
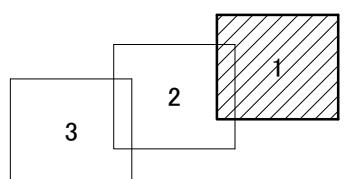
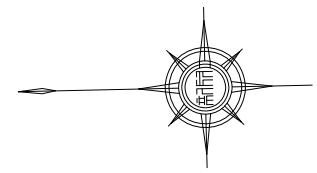


平面図(1)

S = 1:500

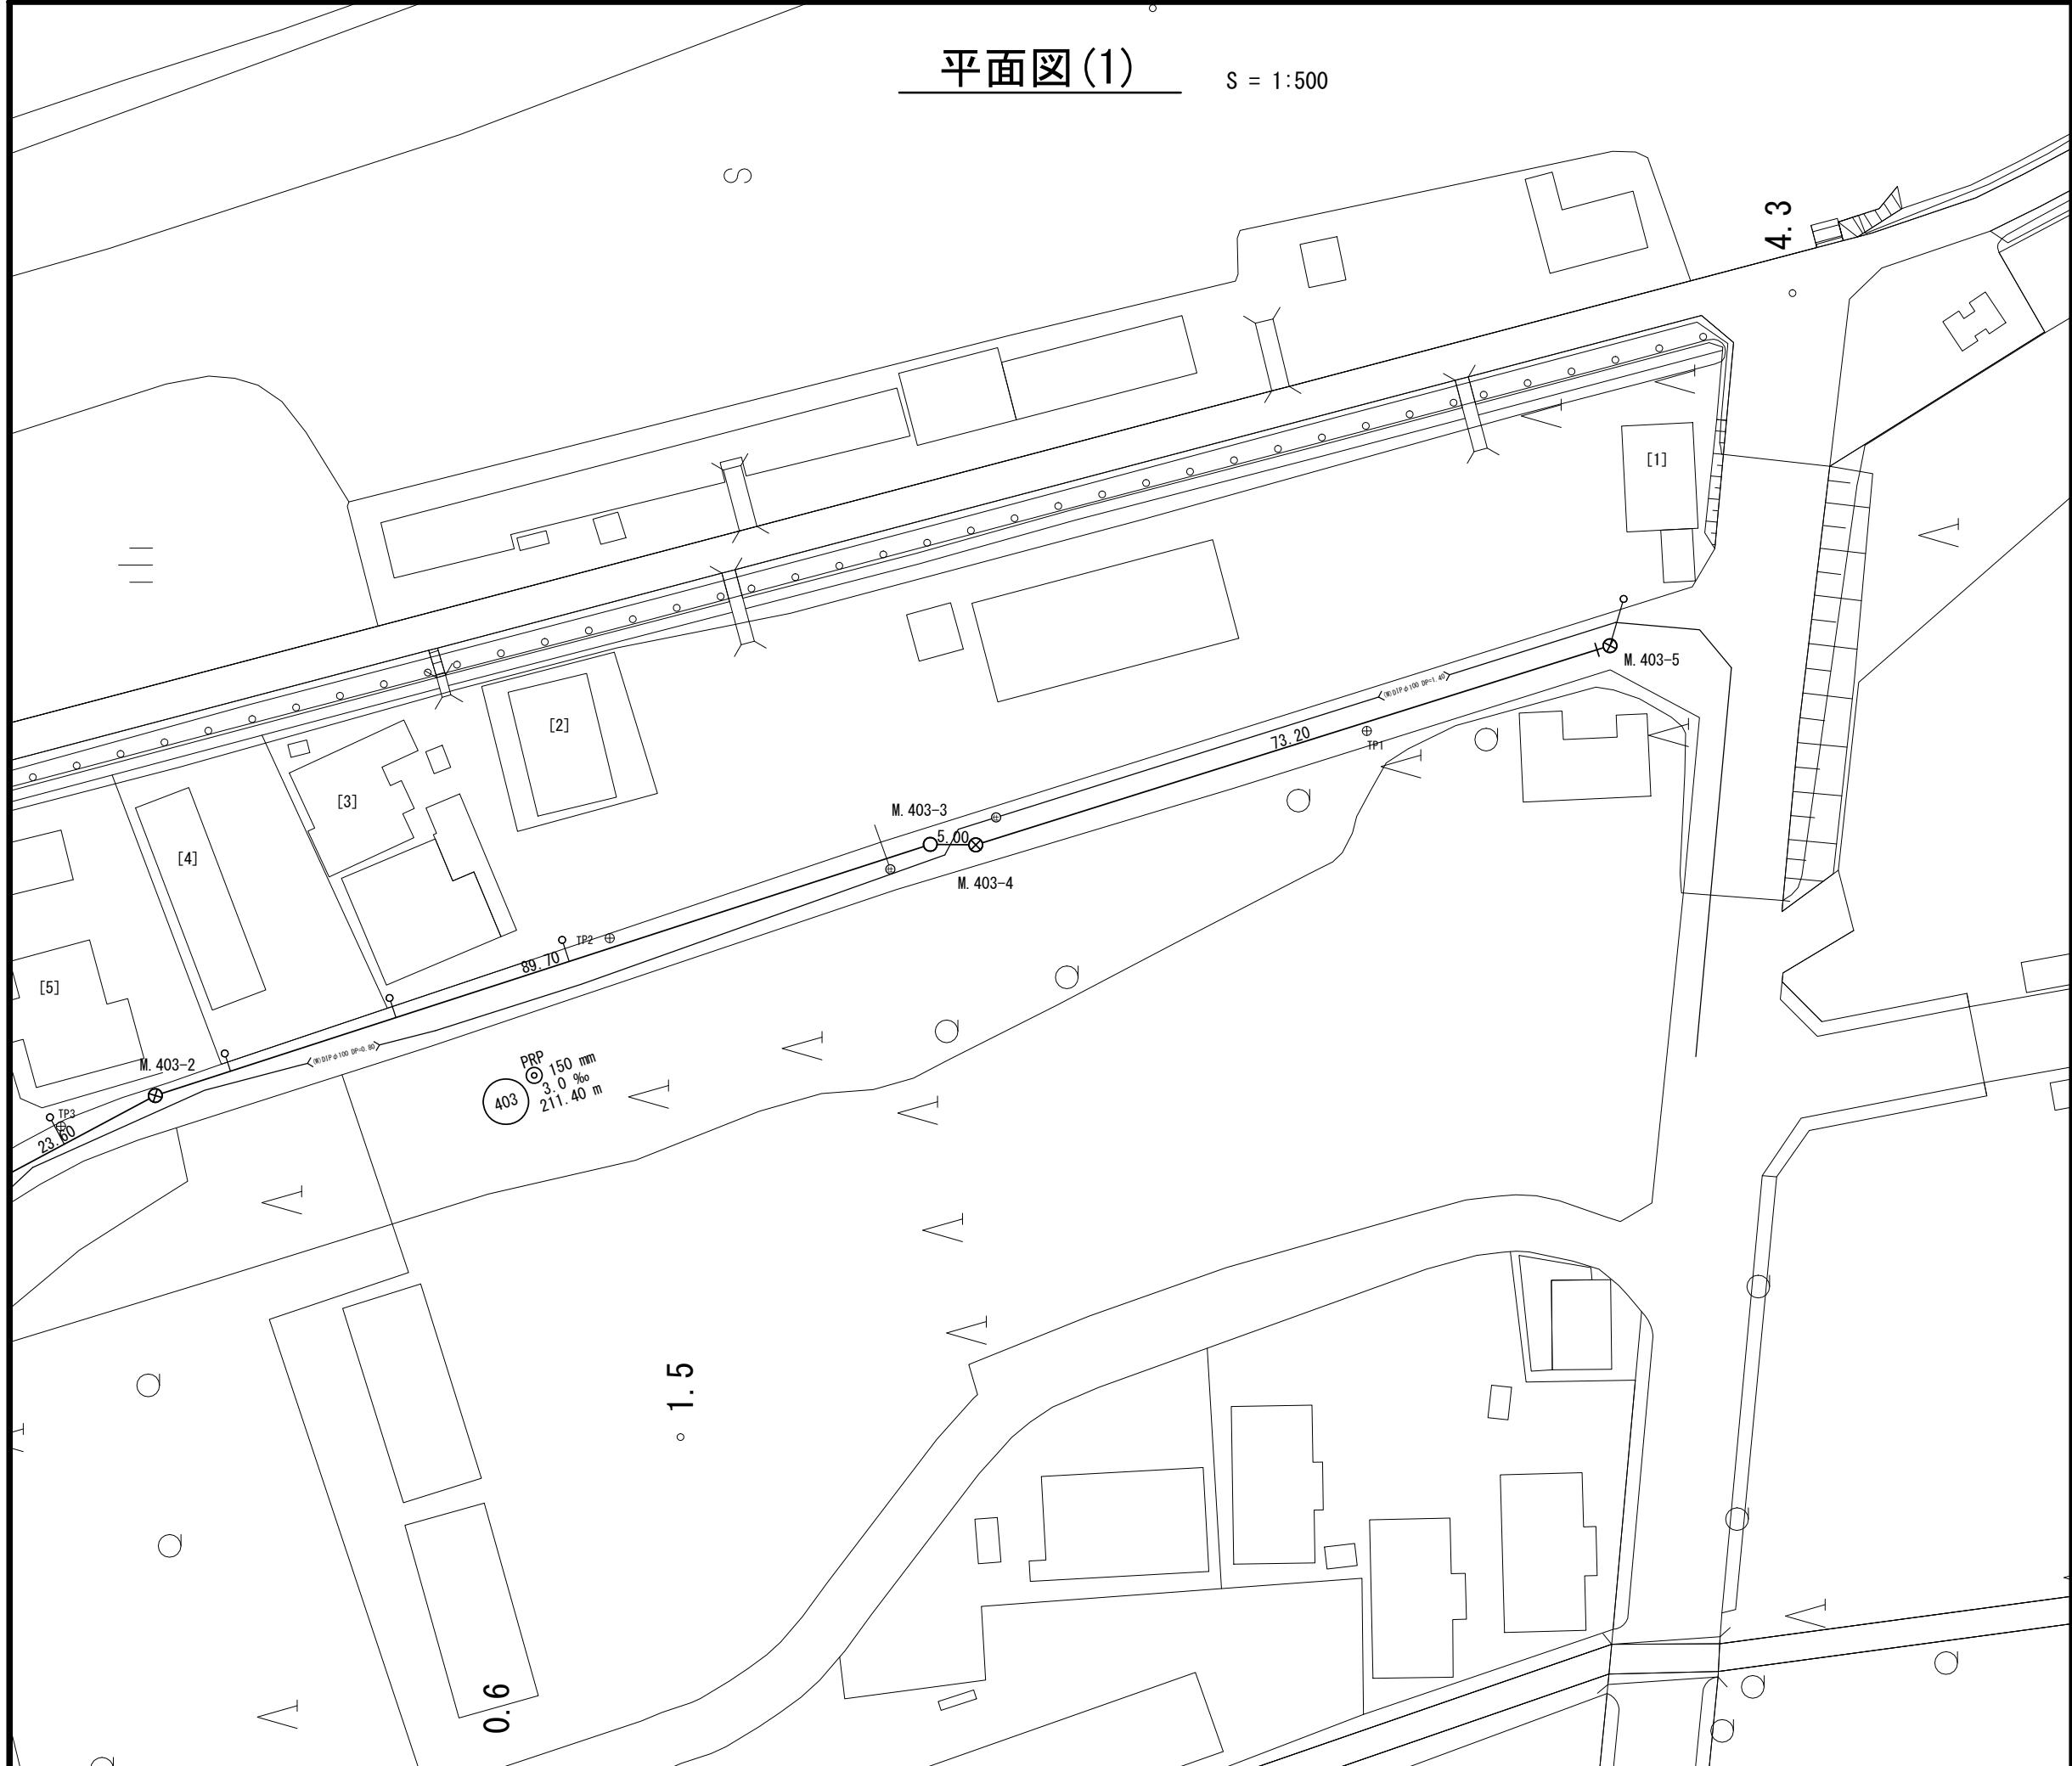




凡 例	
記 号	名 称
○	組立1号マンホール
◎	組立2号マンホール
□	組立A1号マンホール
⊗	塩ビ製リブ付小型マンホール
●	内 副 管
←	設 計 路 線
↔	計 画 路 線
→	既 設 路 線
○—	公 共 汚 水 树

※この図面はA2サイズを原寸とする。

工事名	平成28年度 下建公補第1号 津第5-1処理分区公共下水道工事		
施工箇所名	津市 藤方 地内		
図面名	平面図(1)		
縮 尺	1 : 500	図面番号	1 / 12
事業所名	津市下水道局下水道建設課		

平面図(2)

S = 1:500

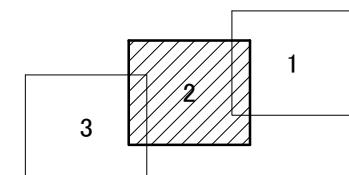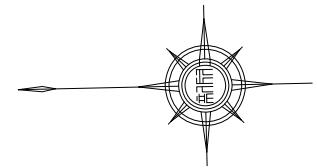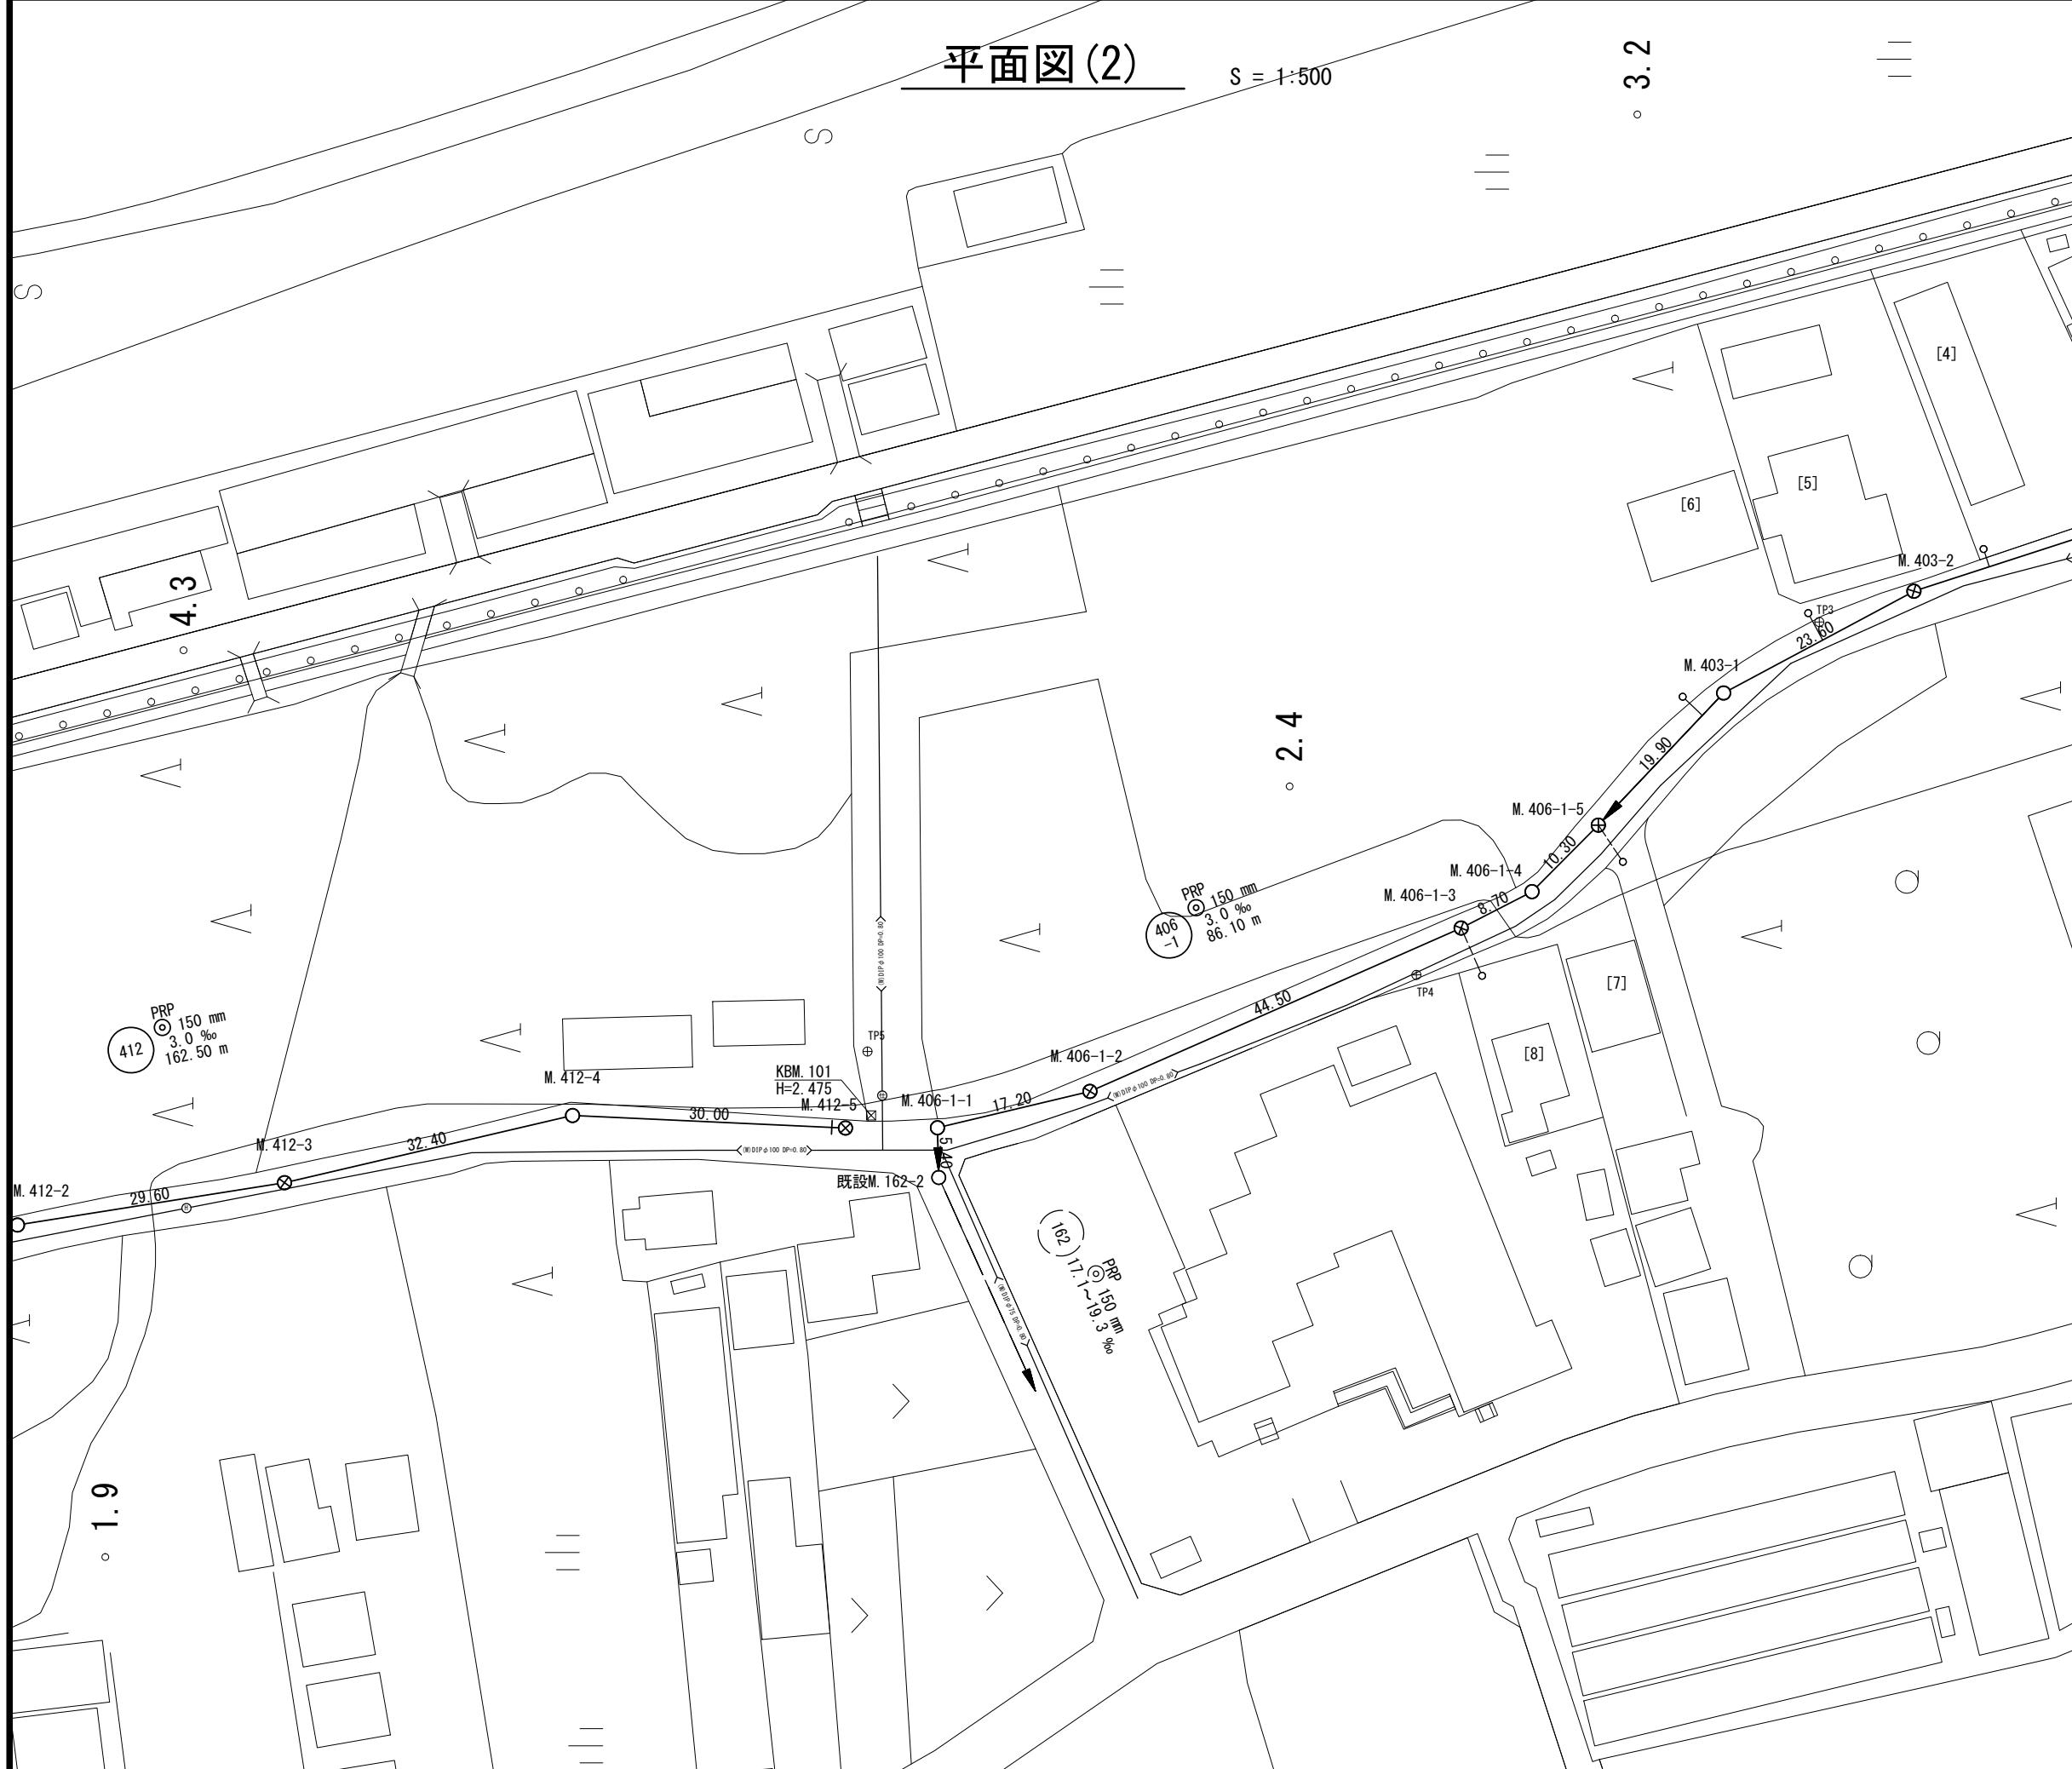


凡 例	
記 号	名 称
(○)	組立1号マンホール
(◎)	組立2号マンホール
(□)	組立A1号マンホール
(⊗)	塙ビ製リブ付小型マンホール
(○—○)	内副管
—→	設 計 路 線
—→—	計 画 路 線
—→—	既 設 路 線
○—○	公 共 汚 水 树

※この図面はA2サイズを原寸とする。

工事名	平成28年度 下建公補第1号 津第5-1処理分区公共下水道工事		
施工箇所名	津市 藤方 地内		
図面名	平面図(2)		
縮 尺	1 : 500	図面番号	2 / 12
事 業 所 名	津市下水道局下水道建設課		

縦断面図(1) 縮尺 縦横 1:100
1:500

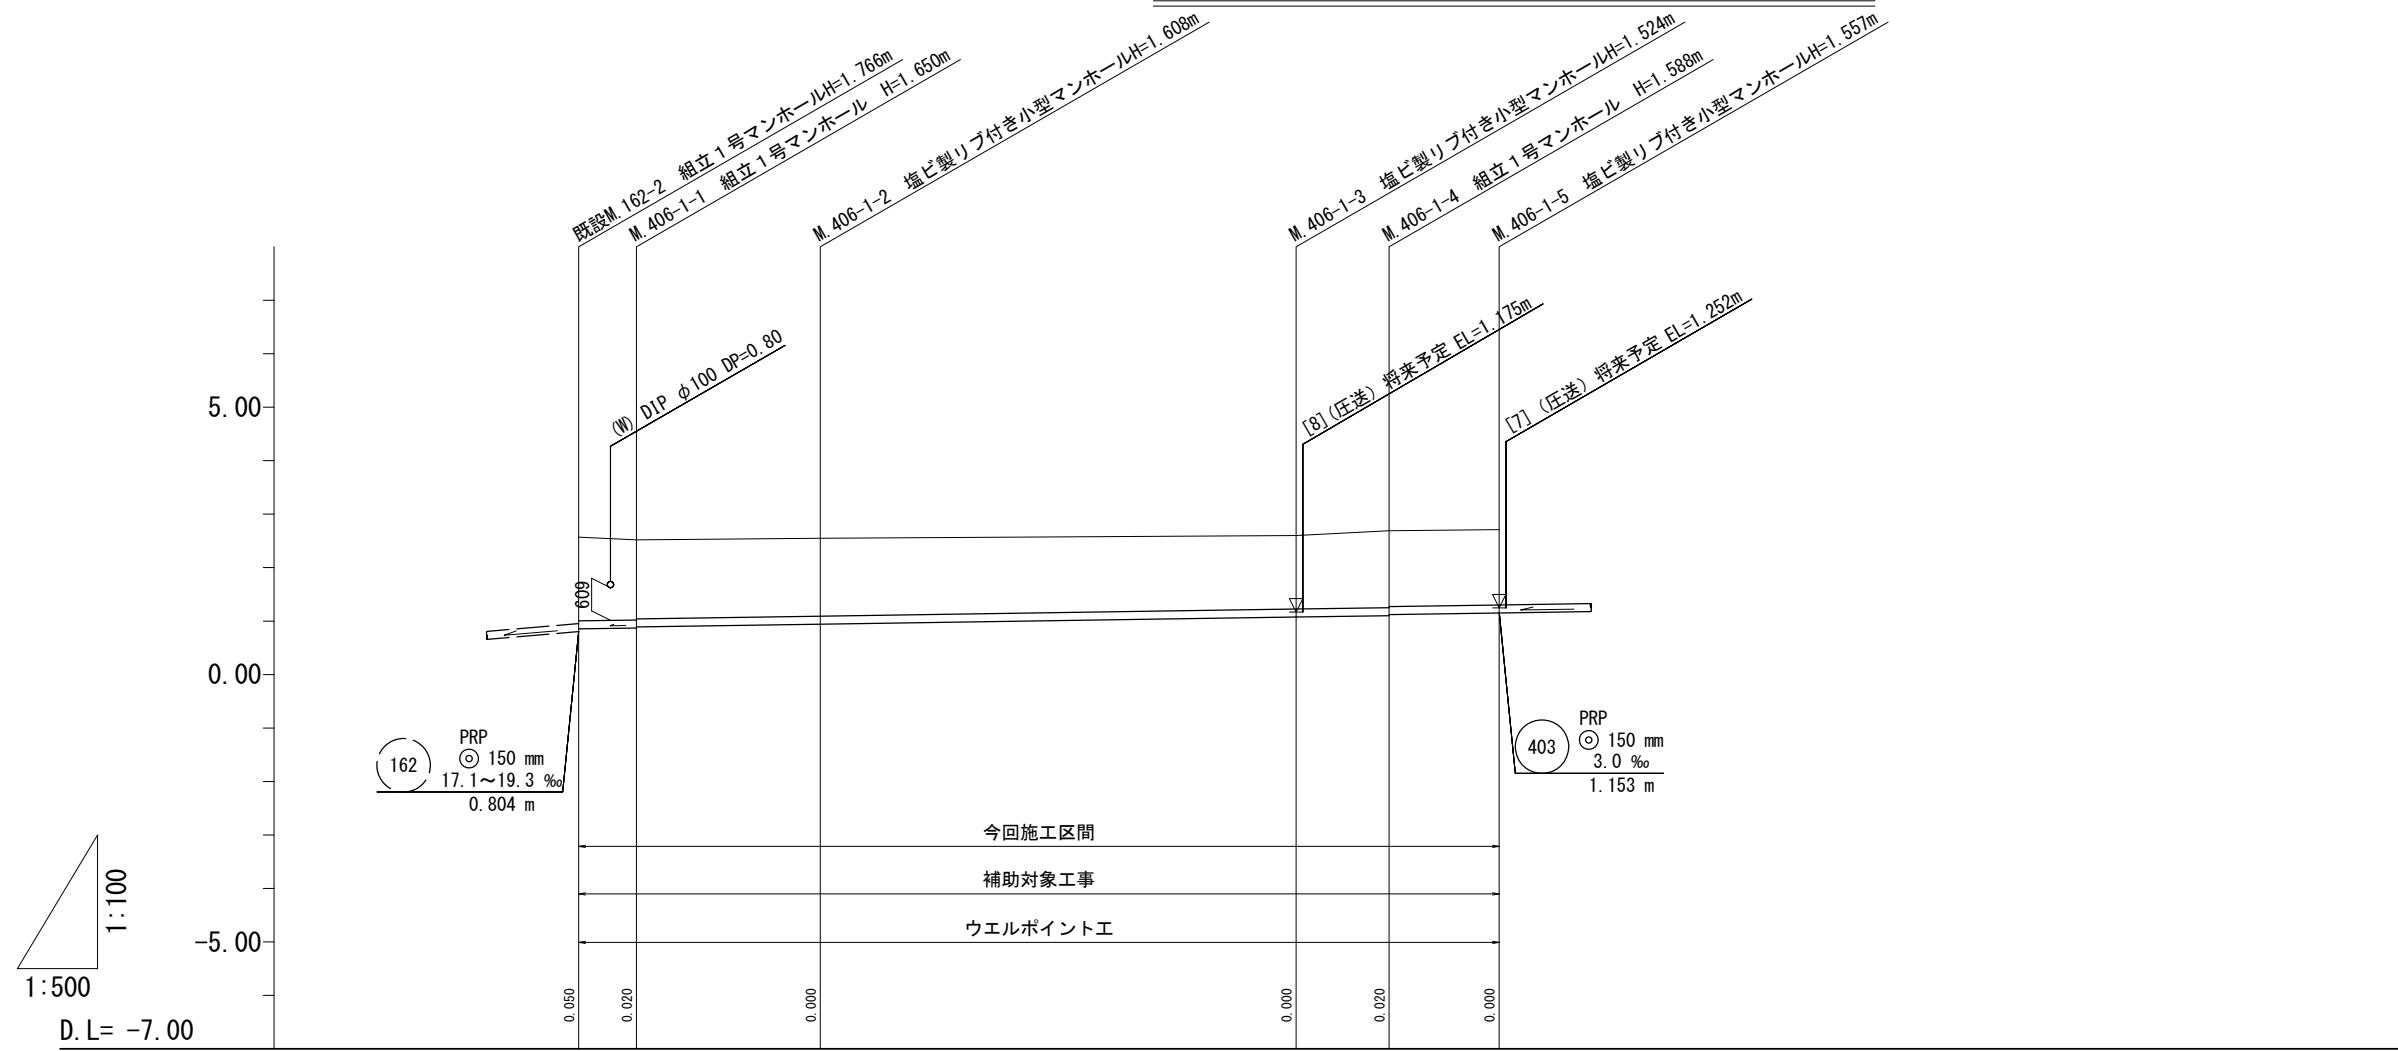

406
-1

※この図面はA2サイズを原寸とする。

工事名	平成28年度 下建公補第1号 津第5-1処理分区公共下水道工事		
施工箇所名	津市 藤方 地内		
図面名	縦断面図(1)		
縮尺	図示	図面番号	3 / 12
事業所名	津市下水道局下水道建設課		

縦断面図(2) 縮尺 縦横 1:100
1:500



路線記号						
勾配						
土被り		1.40	1.44	1.42	1.36	3.0%
掘削深		1.66	1.70	1.68	1.62	
管底高		1.153	1.213	1.233	1.304	(1.484)
地盤高		2.71	2.81	2.82	2.99	(2.93)
追加距離		0.00	19.90	43.50	59.90	103.40
単距離		0.00	19.90	23.60	5.00	138.20
測点	M. 406-1-5	M. 403-1	M. 403-2	M. 403-3	M. 403-4	




※この図面はA2サイズを原寸とする。

工事名	平成28年度 下建公補第1号 津第5-1処理分区公共下水道工事		
施工箇所名	津市 藤方 地内		
図面名	縦断面図(2)		
縮尺	図示 図面番号 4 / 12		
事業所名	津市下水道局下水道建設課		


横断面図

S = 1:100


403 M. 403-3
GH=2.99
FH=1.572

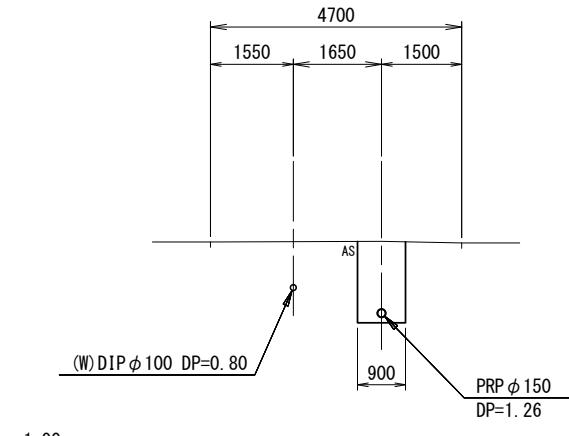


406 -1 M. 406-1-4
GH=2.69
FH=1.101

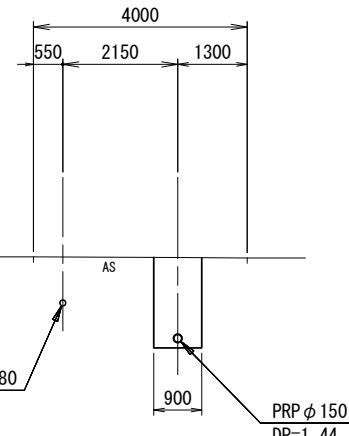

403 M. 403-1
GH=2.81
FH=1.212

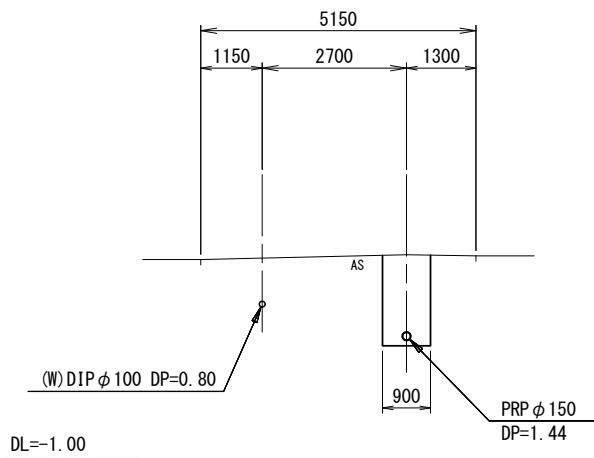

406 -1 M. 406-1-1
GH=2.52
FH=0.870

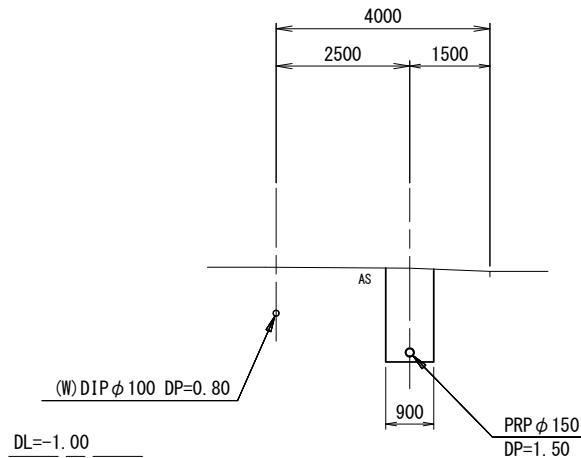


※この図面はA2サイズを原寸とする。

工事名	平成28年度 下建公補第1号 津第5-1処理分区公共下水道工事		
施工箇所名	津市 藤方 地内		
図面名	横断面図		
縮尺	1 : 100	図面番号	5 / 12
事業所名	津市下水道局下水道建設課		

本管布設詳細図

S = 1 / 30

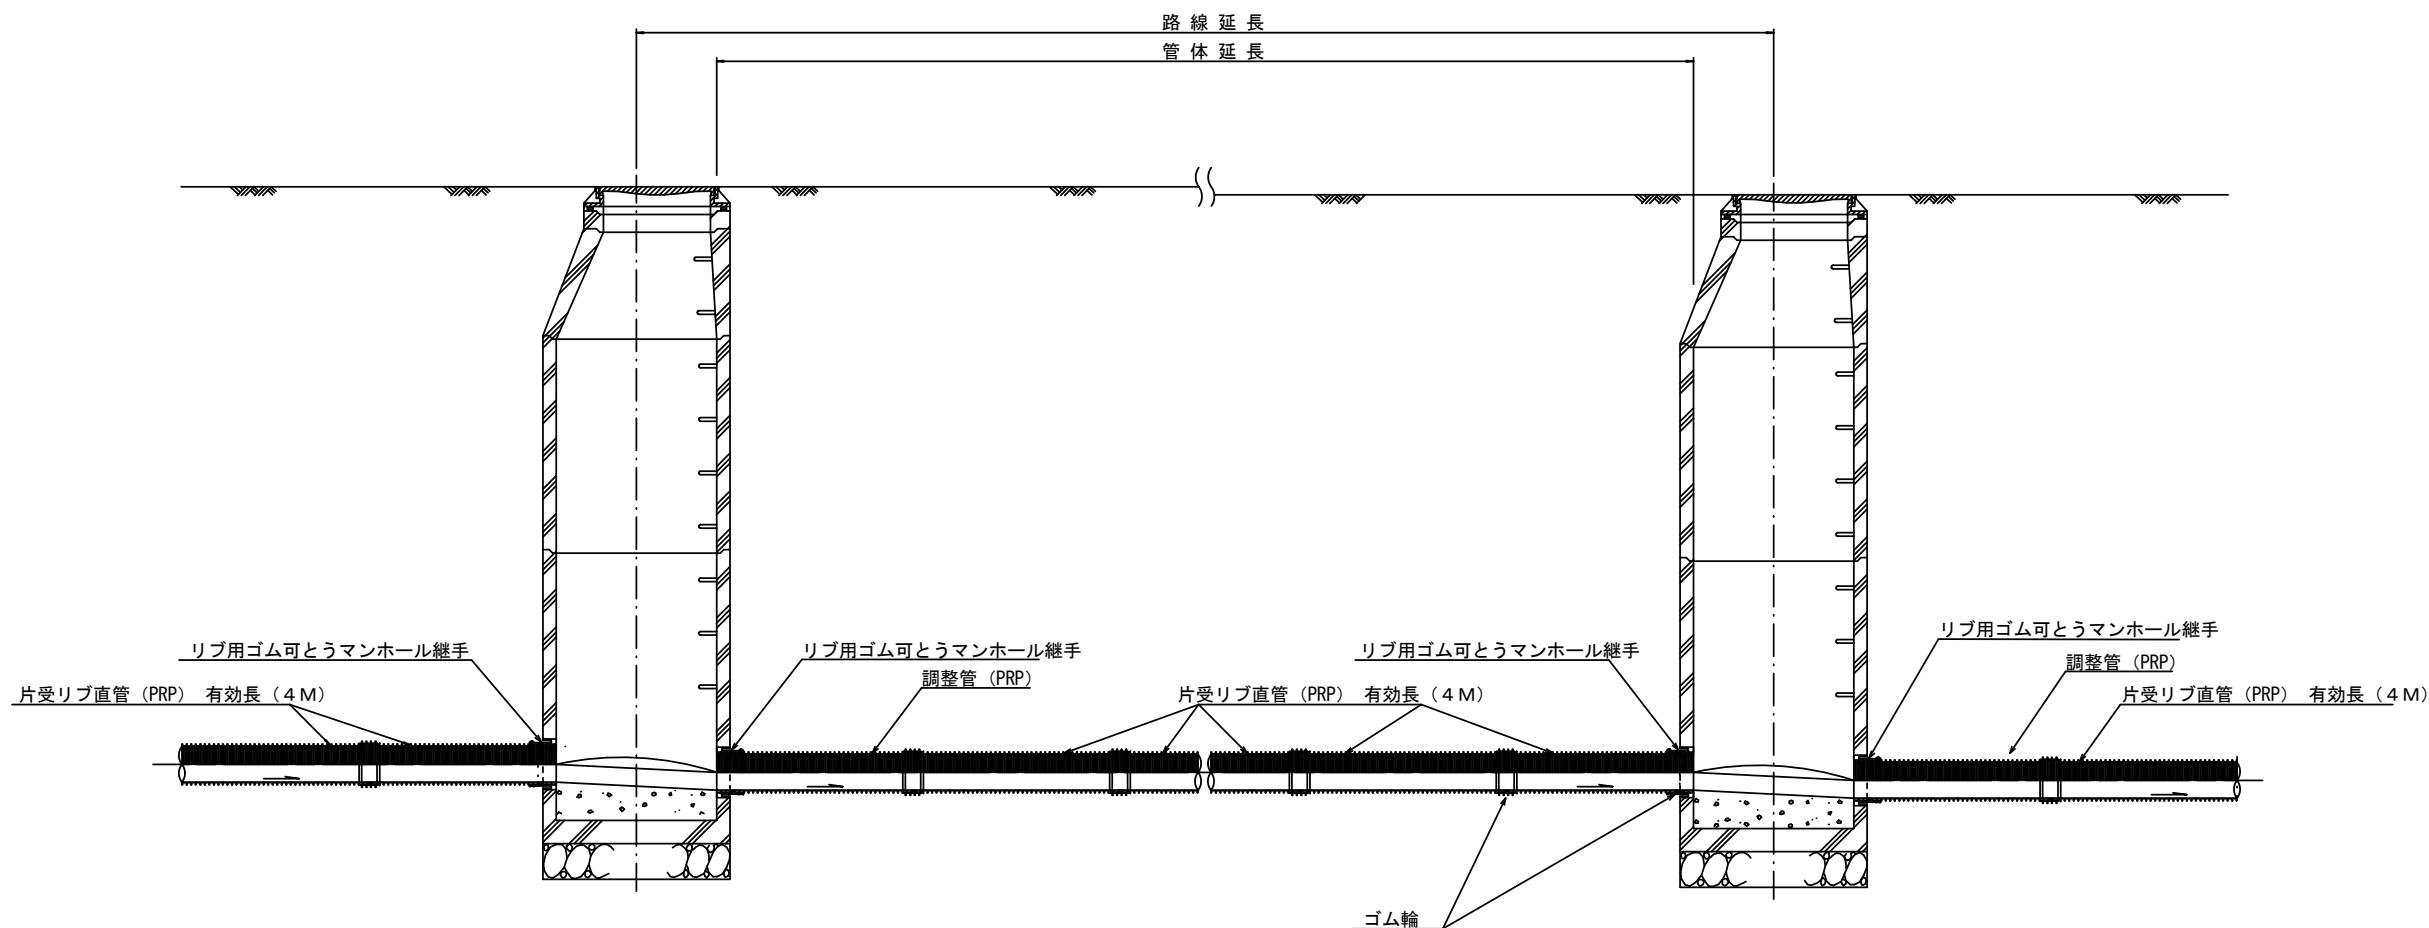


注) 調整管が1.0m未満の場合は、1.0mで切断をし片受直管で長さを調整する。

参考

工事名	平成28年度 下建公補第1号 津第5-1処理分区公共下水道工事		
施工箇所名	津市 藤方 地内		
図面名	本管布設詳細図		
縮尺	1 : 30	図面番号	6 / 12
事業所名	津市下水道局下水道建設課		


土工定規図 S=1/20

(リブ本管) 参考

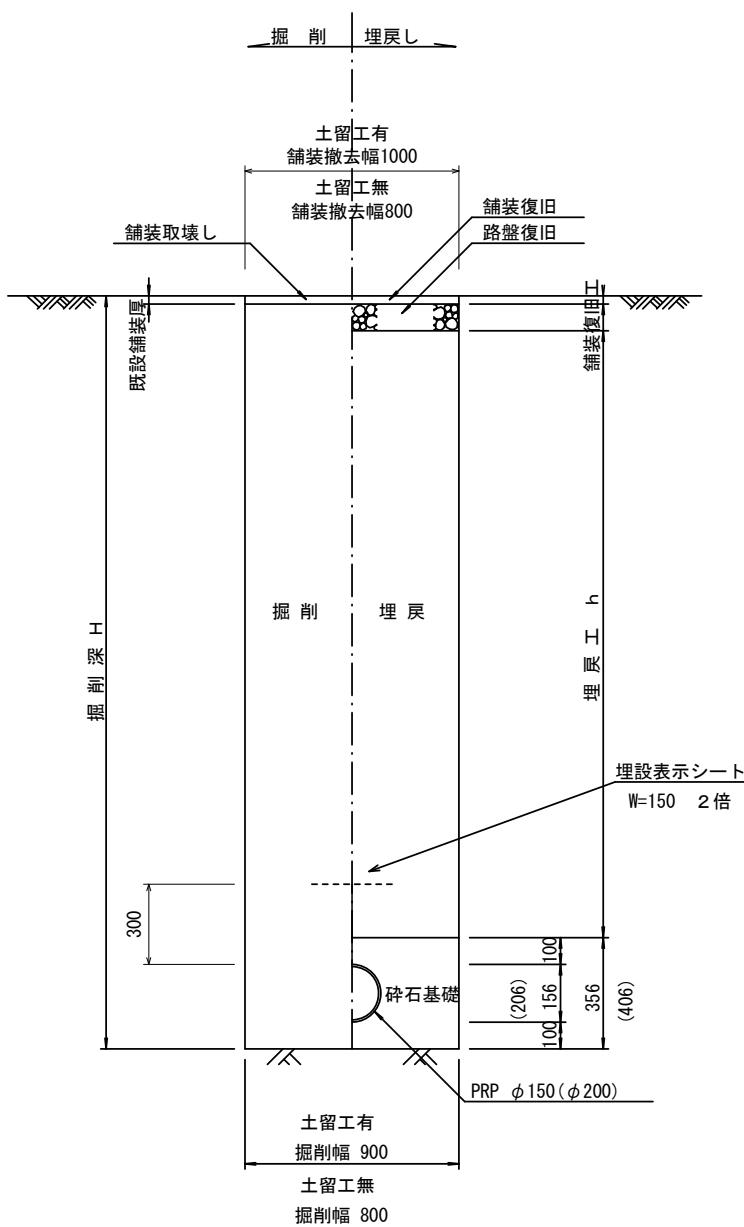


取付管土工定規図 S=1/20

参考

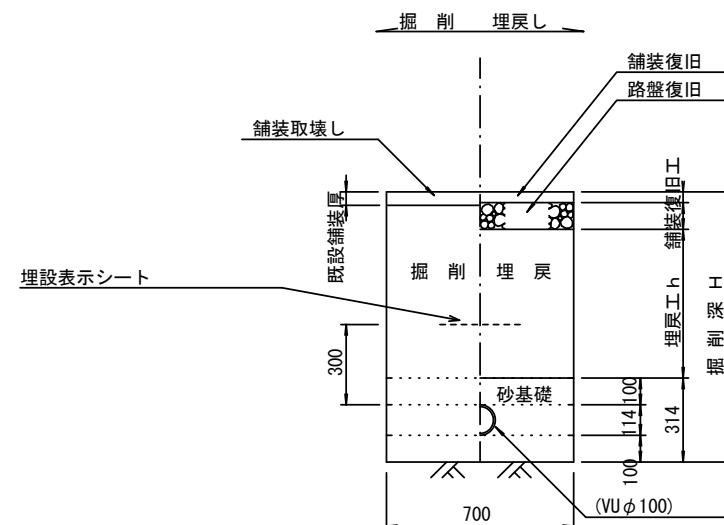


舗装復旧工 S=1/20

市道部

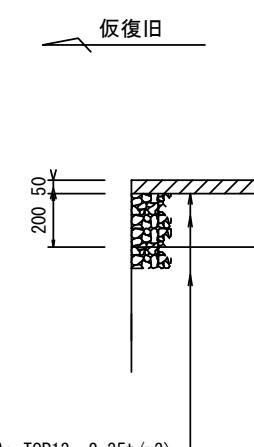

表層(再生密粒度As TOP13 2.35t/m³)
プライムコート(PK-3)
路盤(再生碎石 RC-40)
埋戻(再生碎石 RC-40)

ウエルポイント土工 S=1/20

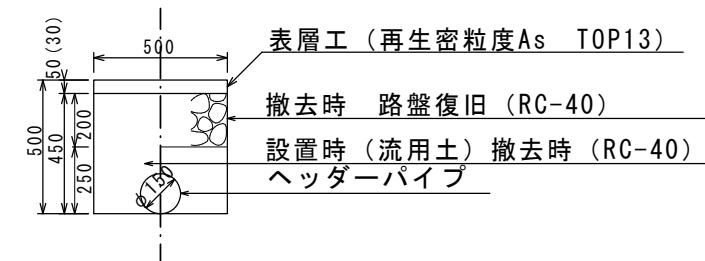

※この図面はA2サイズを原寸とする。

参考


工事名	平成28年度 下建公補第1号 津第5-1処理分区公共下水道工事		
施工箇所名	津市 藤方 地内		
図面名	土工定規図(リブ管) ウエルポイント土工 取付管土工定規図 舗装復旧工		
縮尺	図示	図面番号	7 / 12
事業所名	津市下水道局下水道建設課		

土留工標準図 (参考)

(軽量金属支保材使用の場合)


断面図

S=1:20

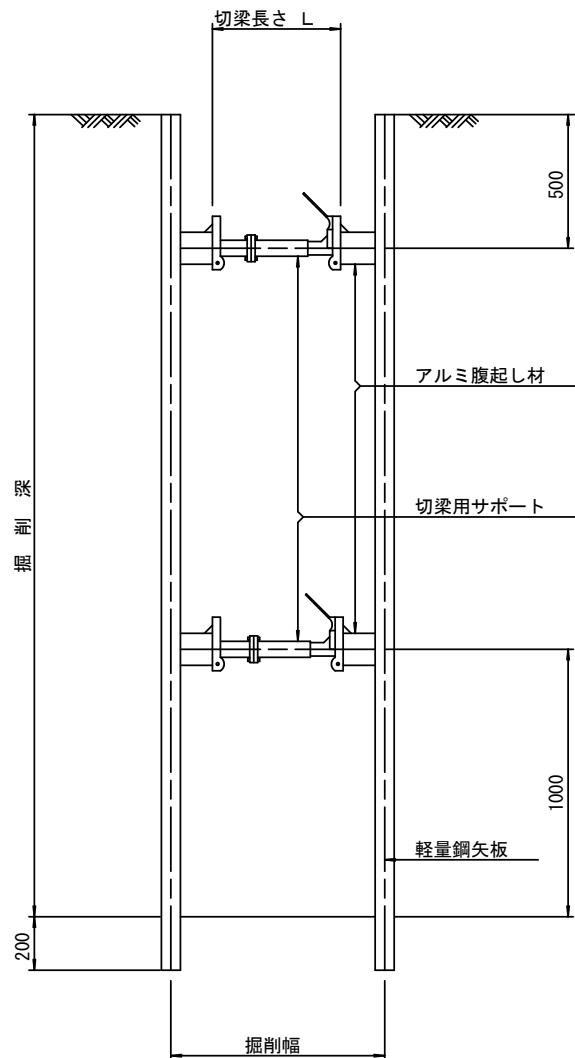

軽量鋼矢板 標準図

S=1:5

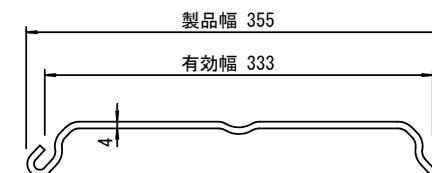


支保工段数表

掘削深 (m)	矢板長 (m)	支保工段数 (段)
1.5 < H ≤ 1.8	2.0	1
1.8 < H ≤ 2.0	2.5	1
2.0 < H ≤ 2.3	2.5	2
2.3 < H ≤ 2.8	3.0	2
2.8 < H ≤ 3.3	3.5	2
3.3 < H ≤ 3.5	4.0	2
3.5 < H ≤ 3.8	4.0	3

※ マンホール部掘削時においては、掘削深に応じた軽量鋼矢板を使用すること。

平面図

S=1:20








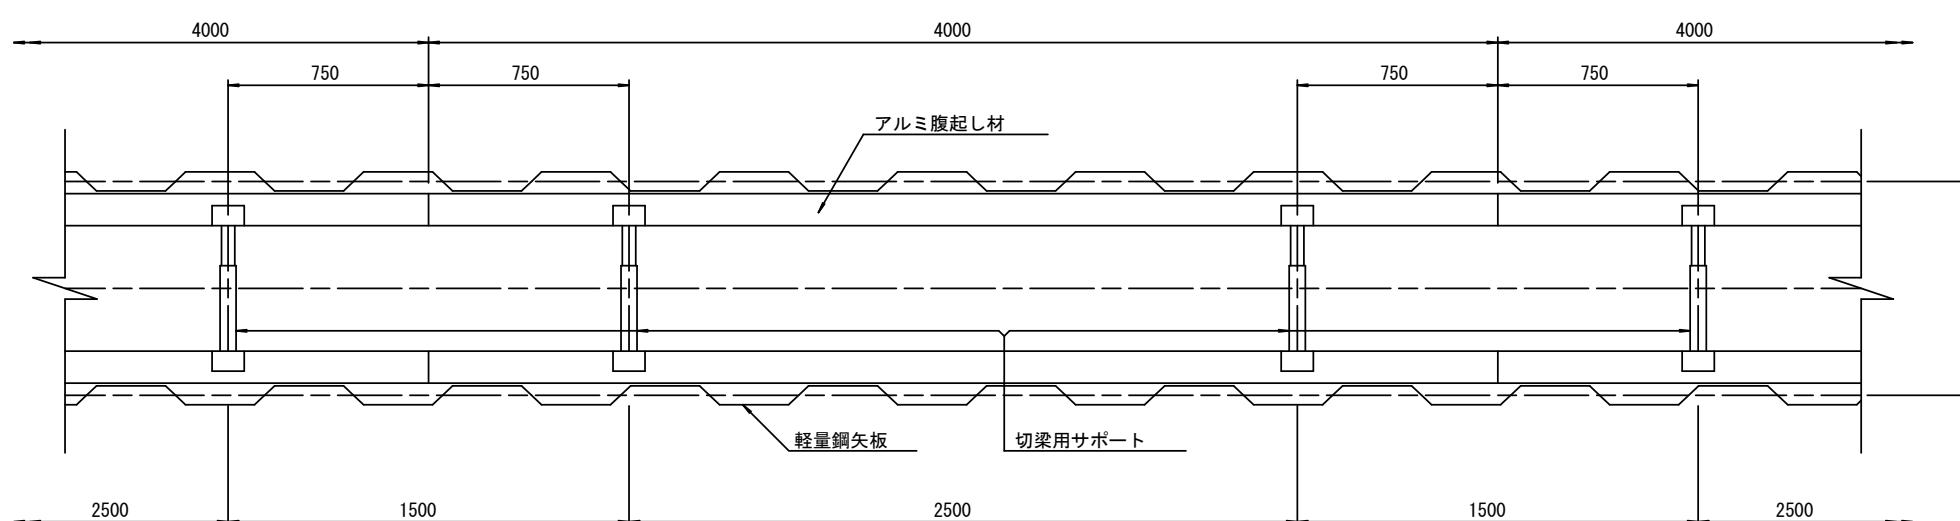


※この図面はA2サイズを原寸とする。

参考

工事名	平成28年度 下建公補第1号 津第5-1処理分区公共下水道工事		
施工箇所名	津市 藤方 地内		
図面名	土留工標準図 (軽量金属支保材使用の場合)		
縮尺	—	図面番号	8 / 12
事業所名	津市下水道局下水道建設課		

組立1号マンホール構造図

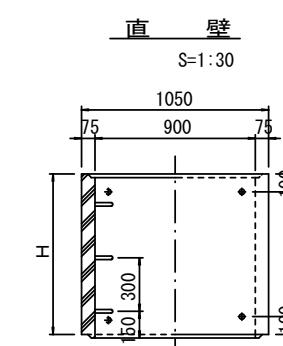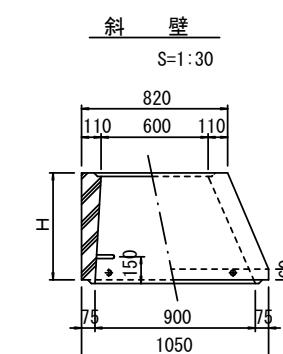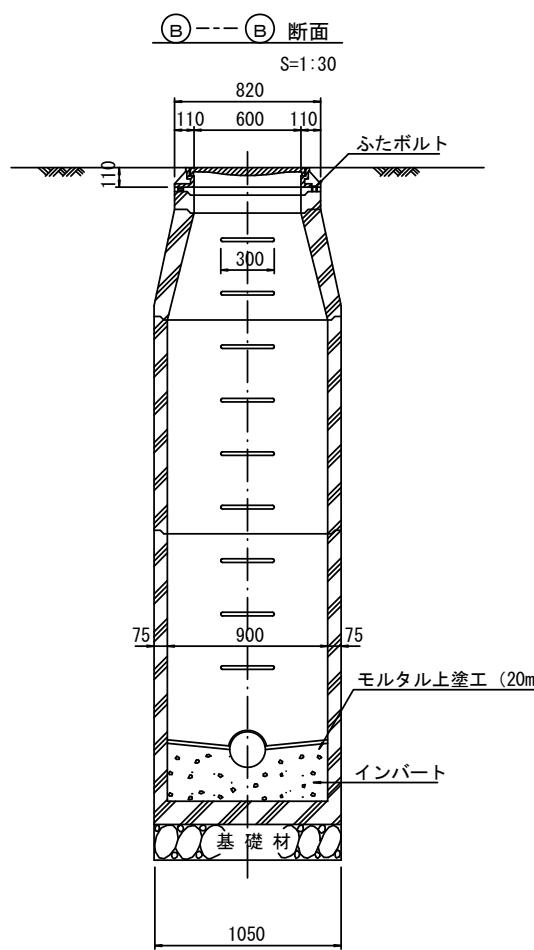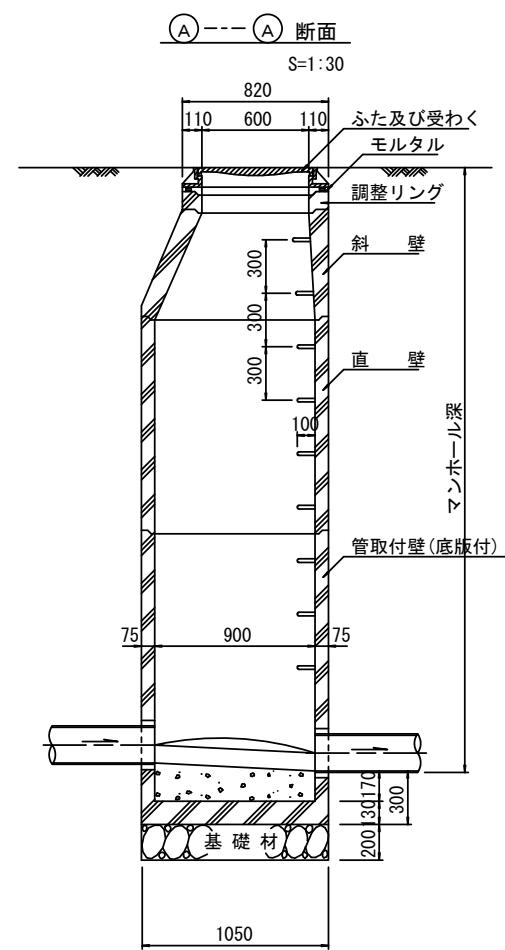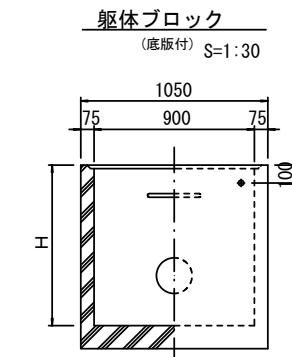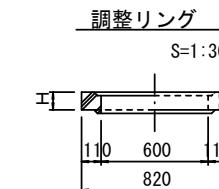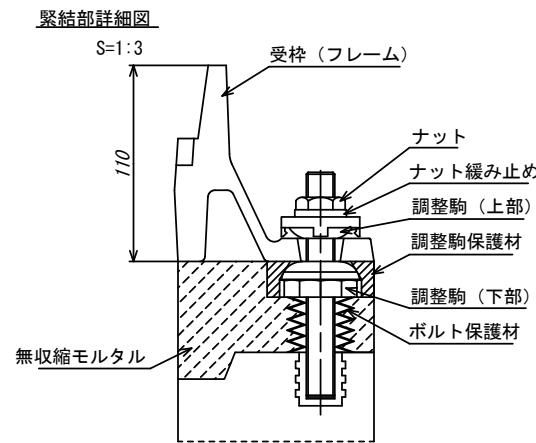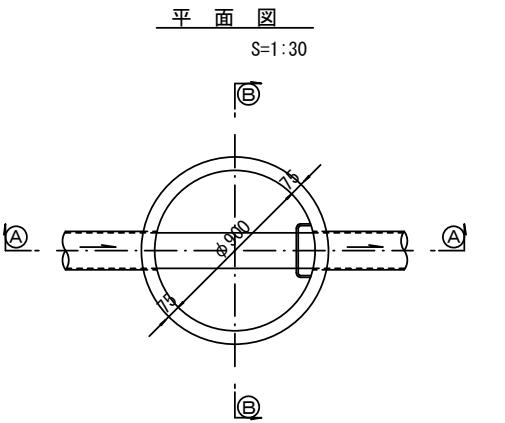

寸法表

種類	H (mm)				
調整リング	50	100	150		
斜壁	300	450	600		
直壁	300	600	900	1200	1500
管取付壁	600	900	1200	1500	1800


※鉄蓋の仕様については、津市認定マンホール蓋（市章入り）とする。

参考

工事名	平成28年度 下建公補第1号 津第5-1処理分区公共下水道工事		
施工箇所名	津市 藤方 地内		
図面名	組立1号マンホール構造図		
縮尺	図示	図面番号	9 / 12
事業所名	津市下水道局下水道建設課		

リブ管用塩ビ製小口径マンホール構造図 1／2

S=1:15

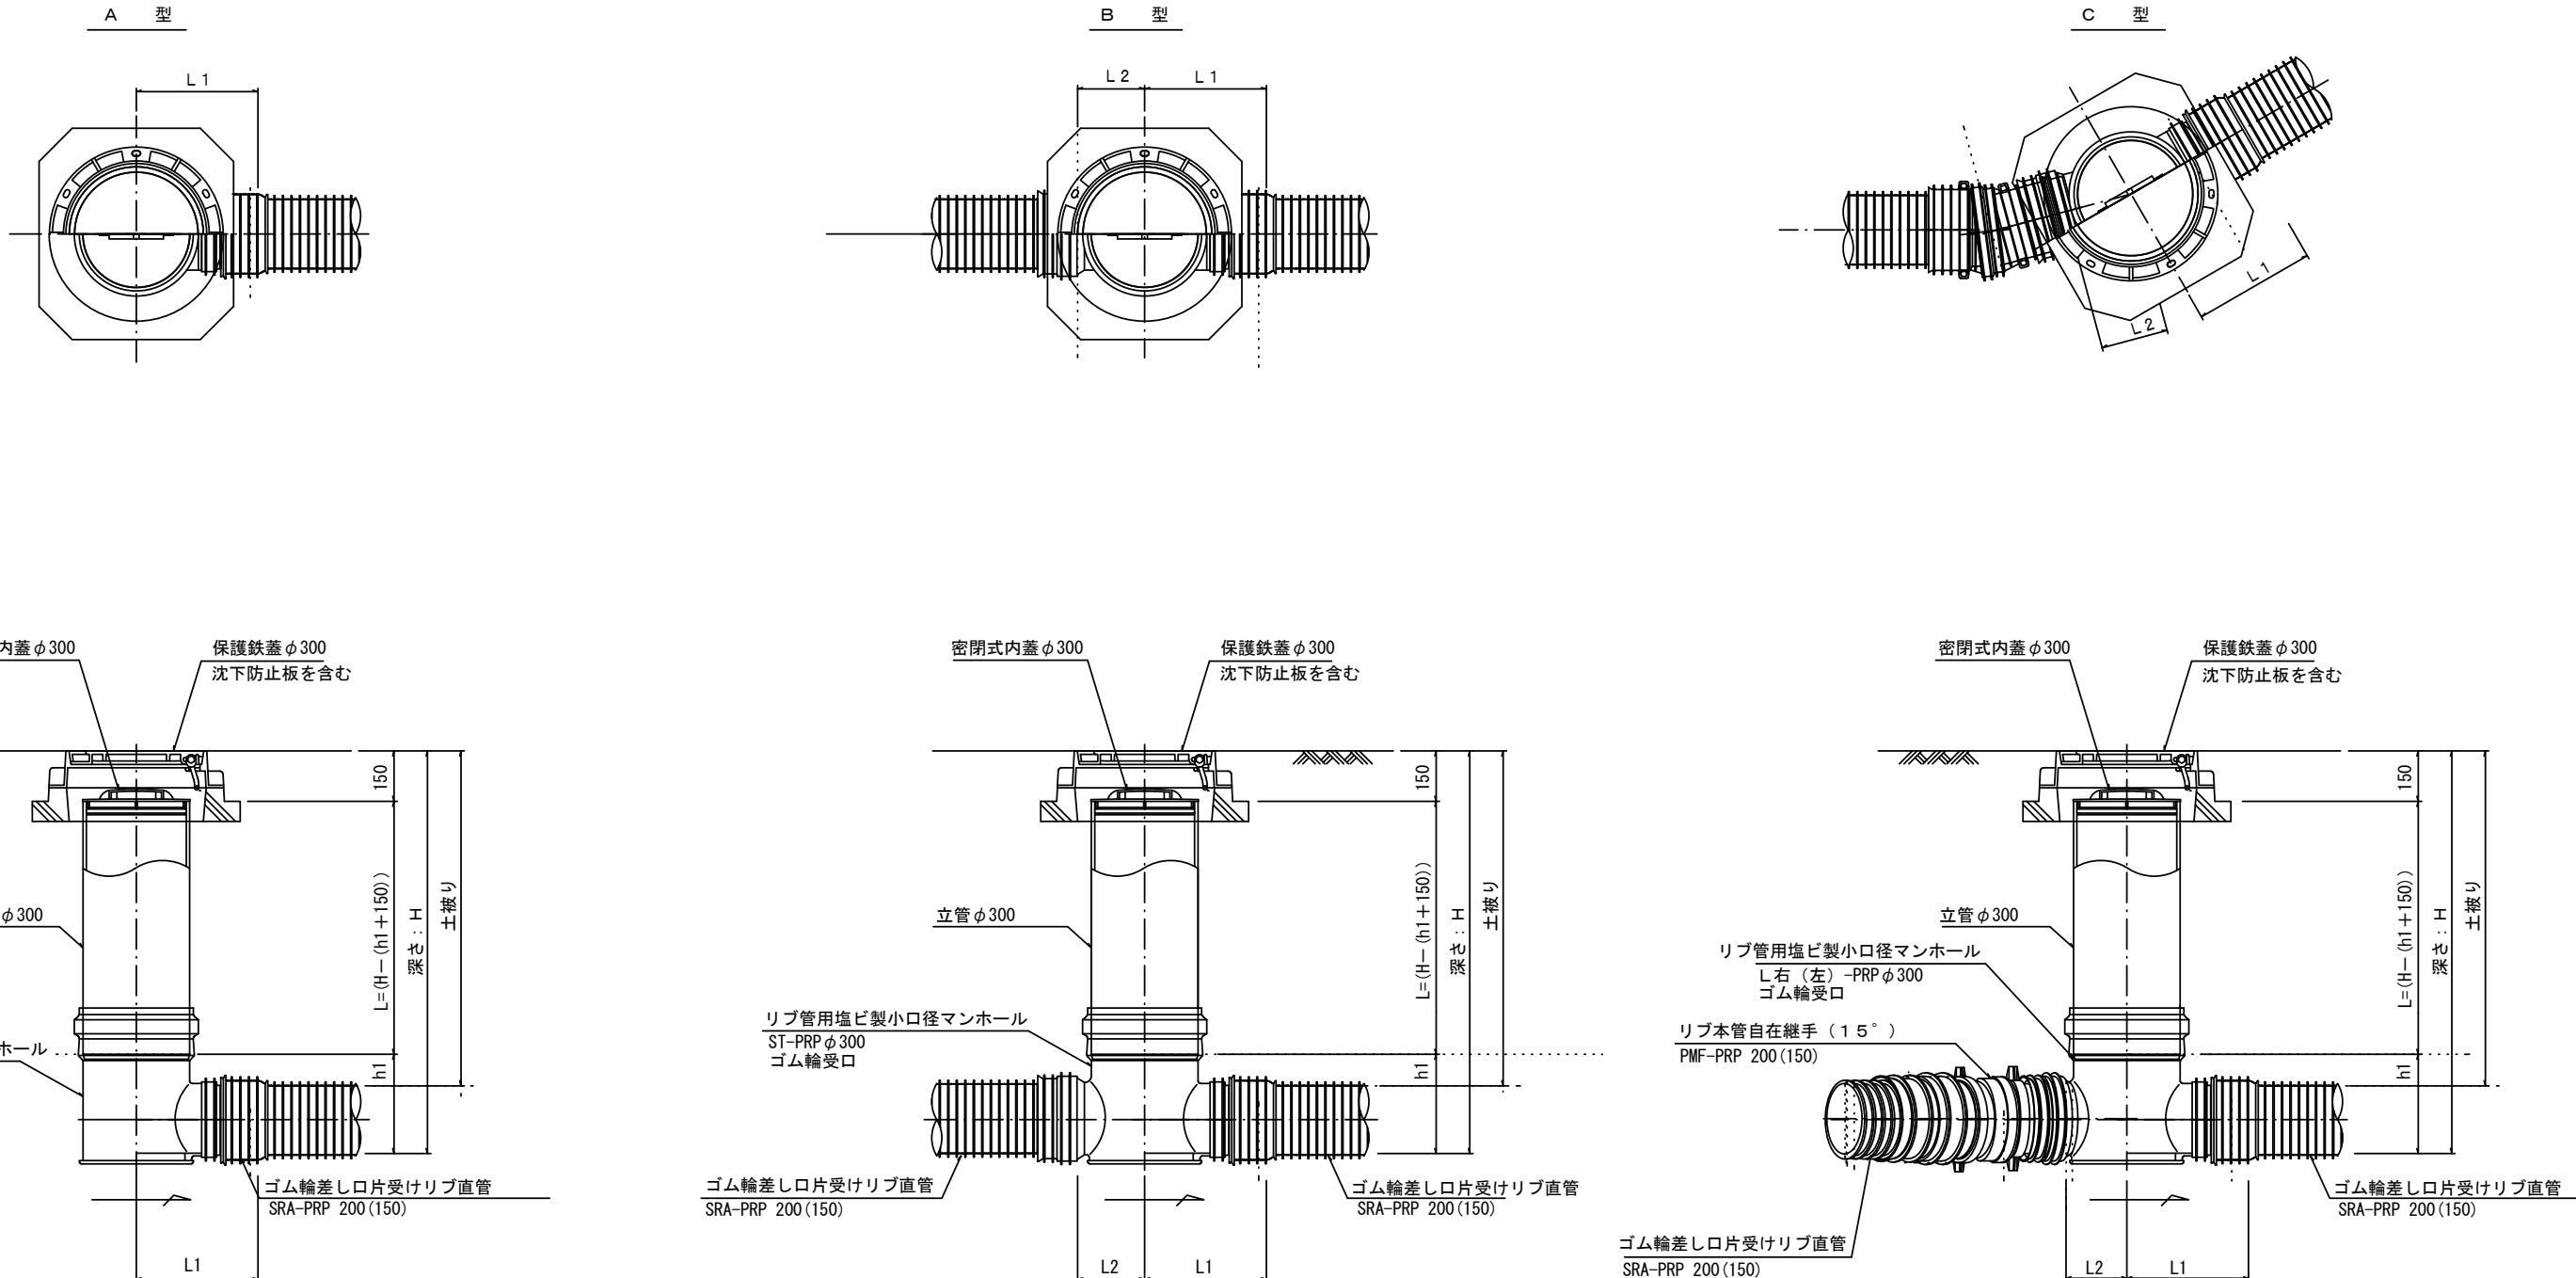


※この図面はA2サイズを原寸とする。

工事名	平成28年度 下建公補第1号 津第5-1処理分区公共下水道工事		
施工箇所名	津市 藤方 地内		
図面名	リブ管用塩ビ製小口径マンホール構造図1/2		
縮尺	1 : 15	図面番号	10 / 12
事業所名	津市下水道局下水道建設課		


参考

リブ管用塩ビ製小口径マンホール構造図 2/2

S = 1 : 15

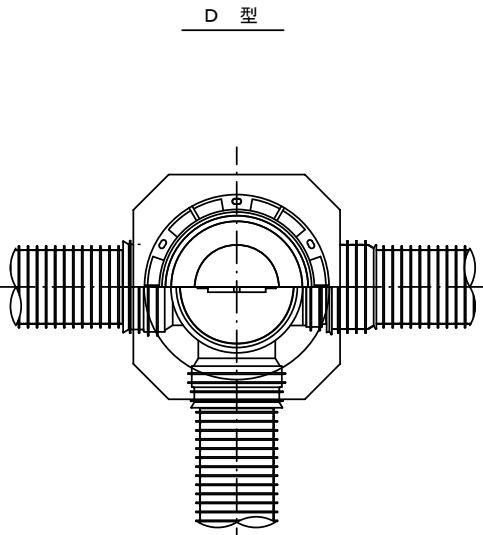


E型





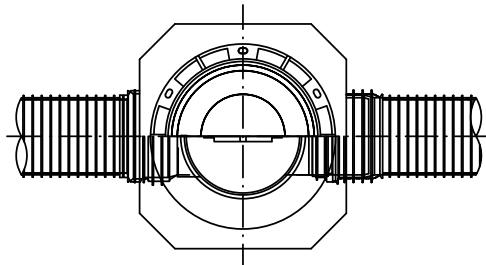


保護鉄蓋 φ300

T-25 (T-14)
津市認定マンホール蓋(市章入り)

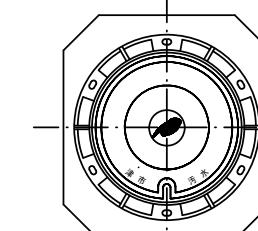

沈下防止板

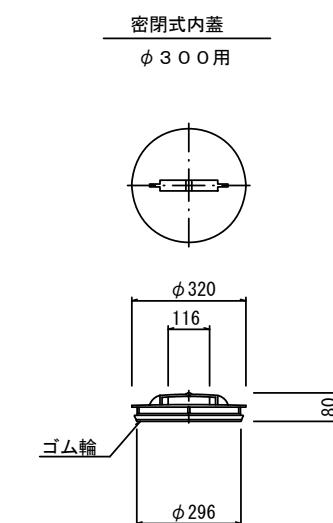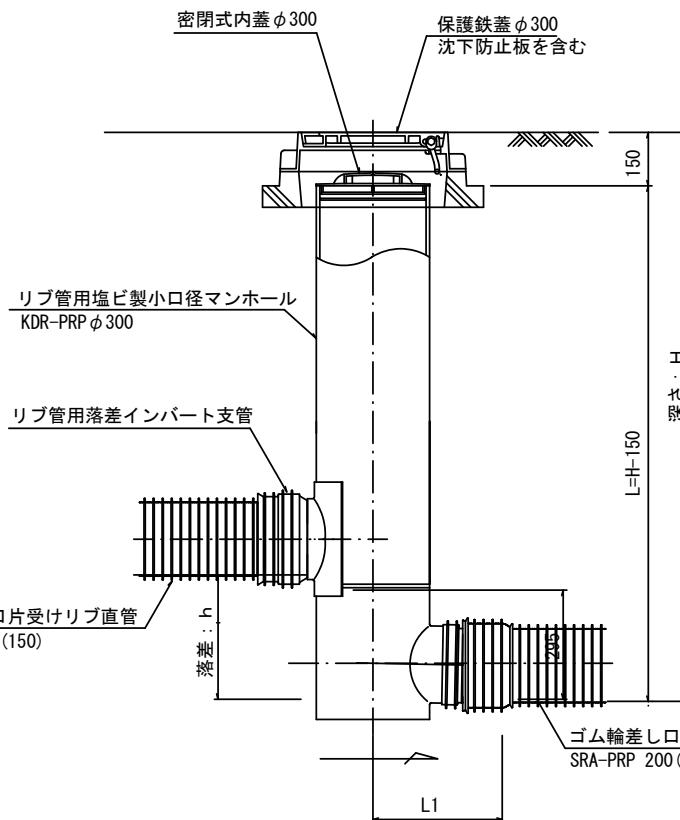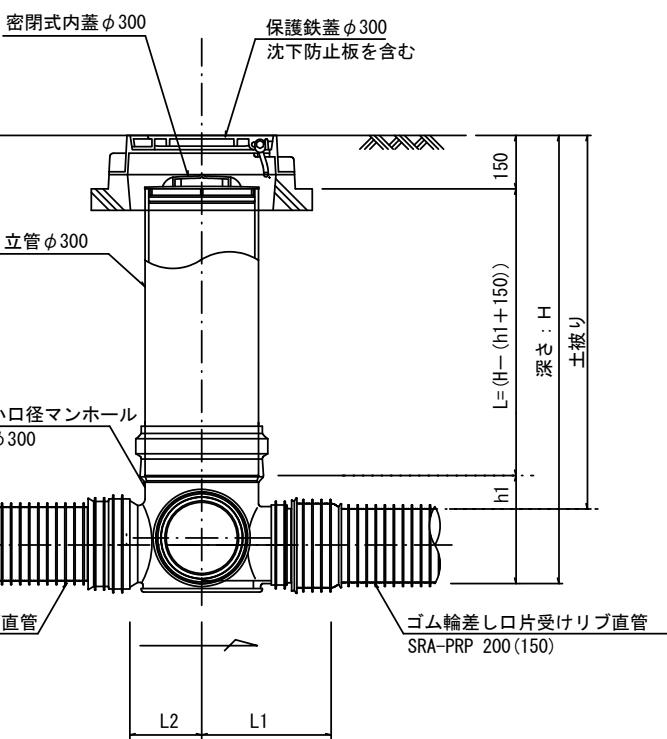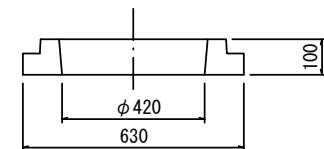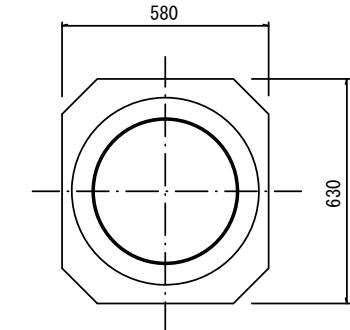


※この図面はA2サイズを原寸とする。

参考

工事名	平成28年度 下建公補第1号 津第5-1処理分区公共下水道工事		
施工箇所名	津市 藤方 地内		
図面名	リブ管用塩ビ製小口径マンホール構造図2/2		
縮尺	1 : 15	図面番号	11 / 12
事業所名	津市下水道局下水道建設課		

取付管布設標準図

Aタイプ

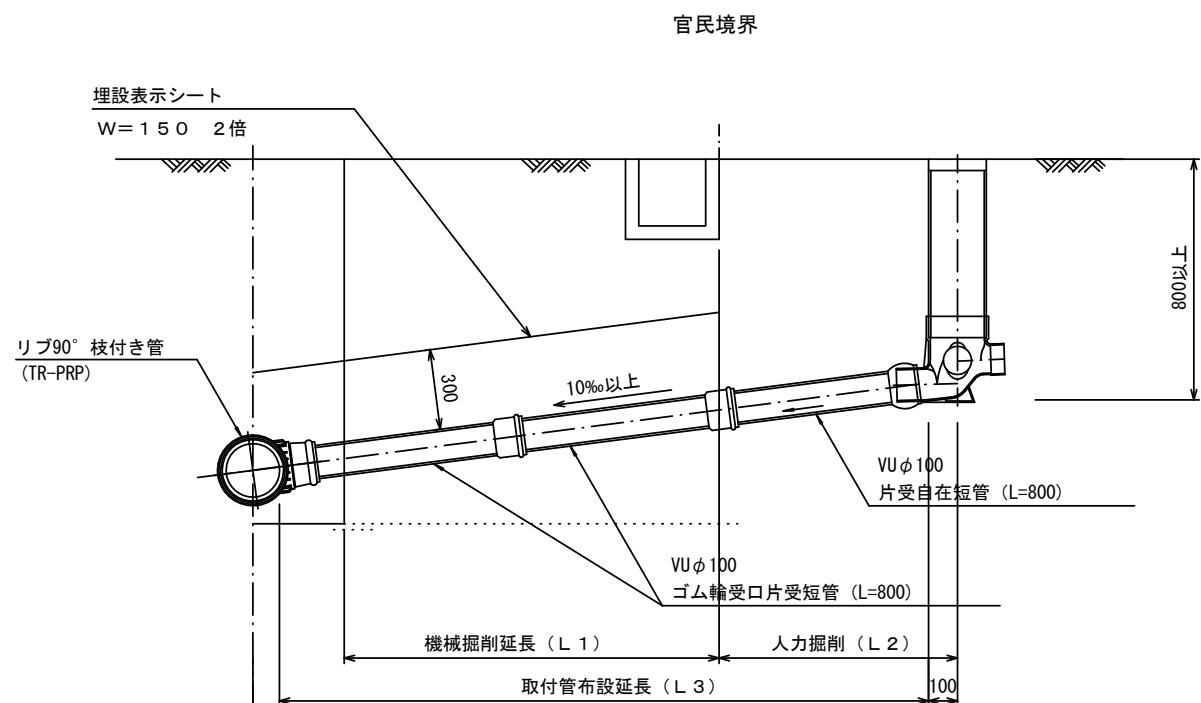

(リブ本管)



S=1:20

汚水樹構造図


S=1:5

平面図


(参考)

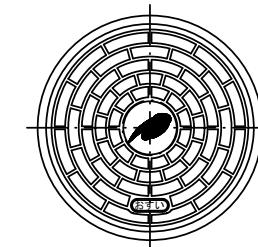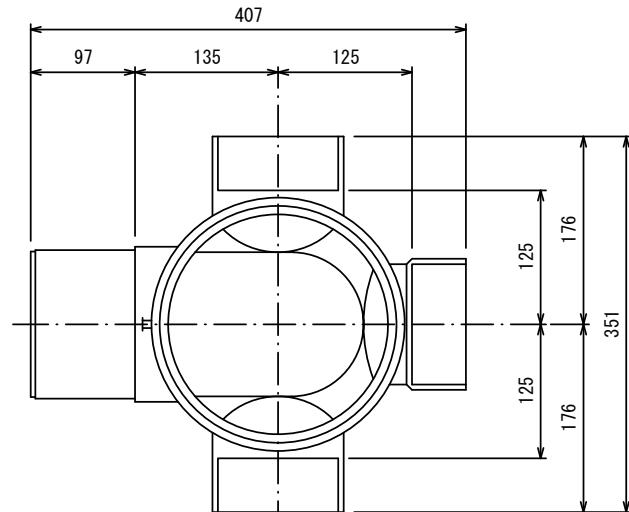

Bタイプ

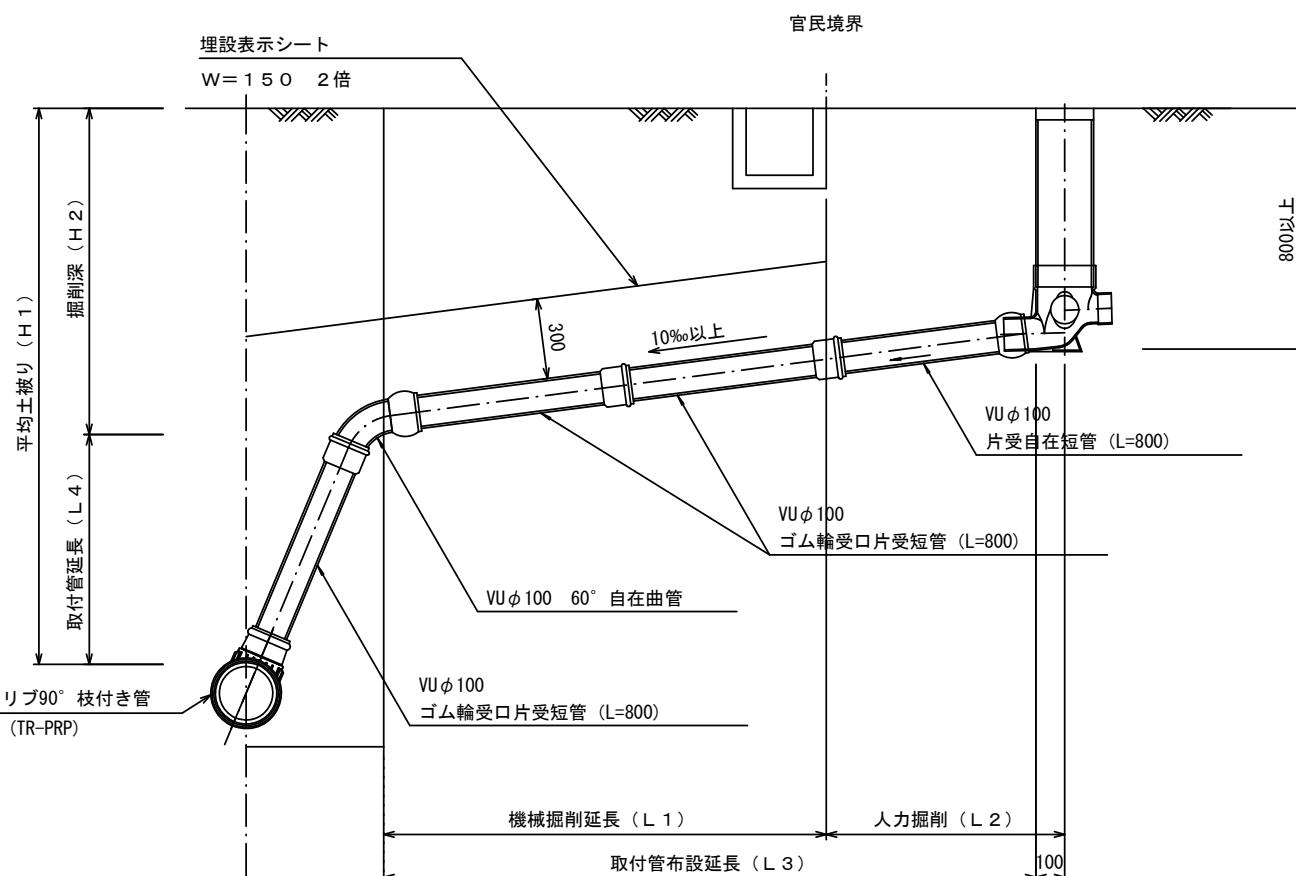

断面図

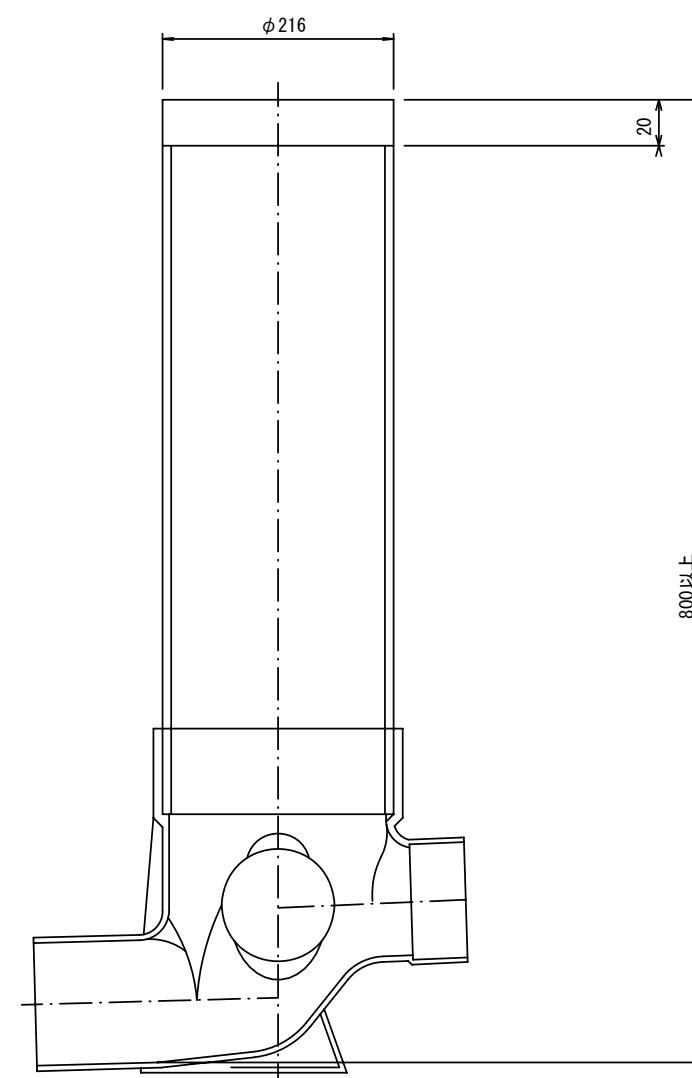

※この図面はA2サイズを原寸とする。

工事名	平成28年度 下建公補第1号 津第5-1処理分区公共下水道工事		
施工箇所名	津市 藤方 地内		
図面名	取付管布設標準図 (リブ本管)		
縮尺	1 : 20	図面番号	12 / 12
事業所名	津市下水道局下水道建設課		

参考