

 ※この図面はA 1サイズを原寸とする。

 工事名
 平成28年度 下建公補第4号 津第5-3処理分区公共下水道工事


 施工箇所名
 津市垂水地内

 図面名
 縦断面図(3)


 縮尺図示図面番号 5/18


 事業所名
 下水道局下水道建設課

横断面図 _{S=1:100}

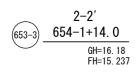




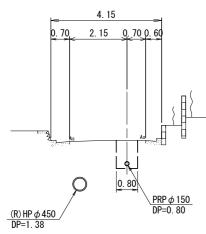


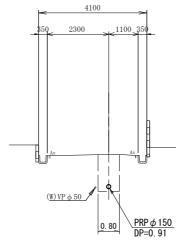


DL= 11. 00

DL= 9.00

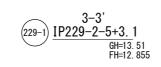

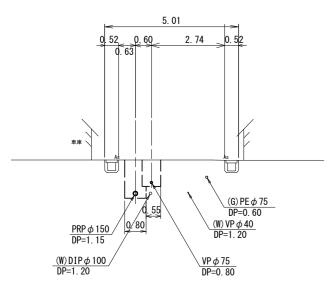

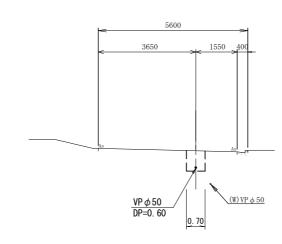



DL= 21. 00

DL= 8.00


<u>※この図面はA1サイズを原寸とする。</u>								
н	事	名		度 下建公补 処理分区公共				
施工箇所名			津市垂水地内					
図面名			横断面図					
縮		尺	1/100	図面番号	6/18			
事業所名			下水道局	下水道建設	:課			

配管詳細図(654路線) s = Free

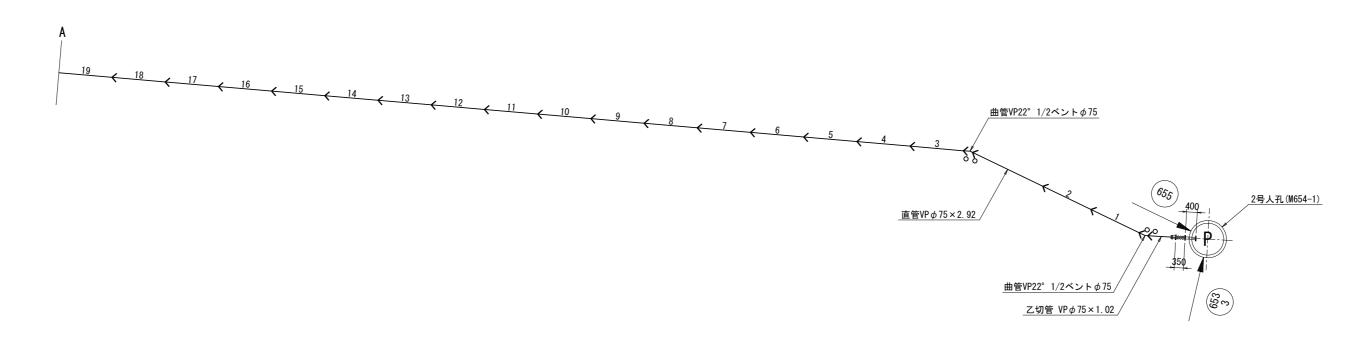

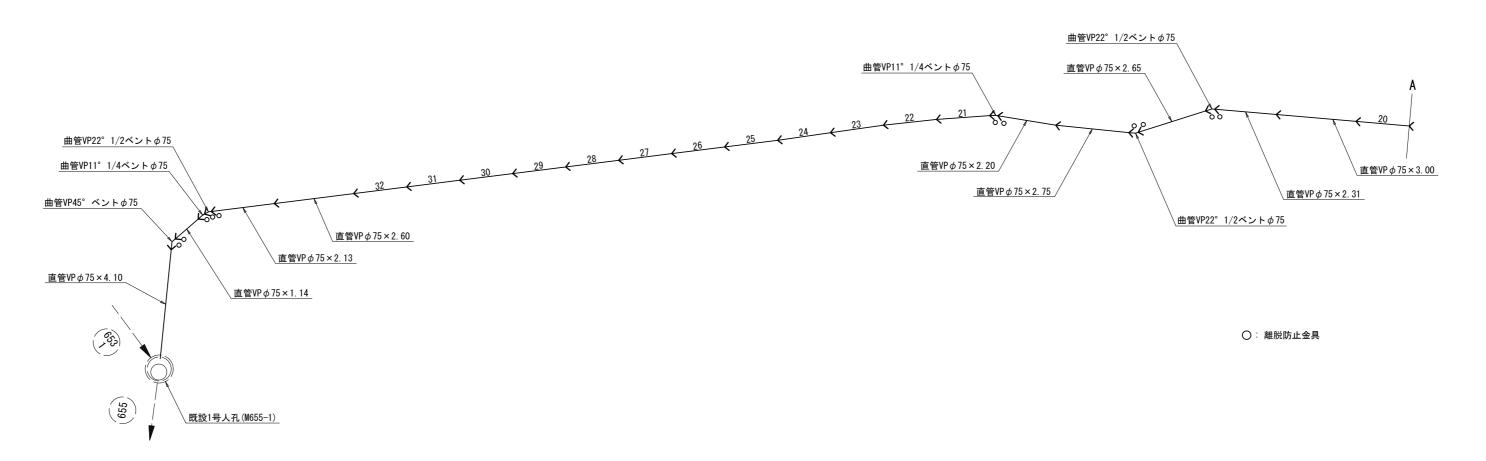

既設人孔詳細図

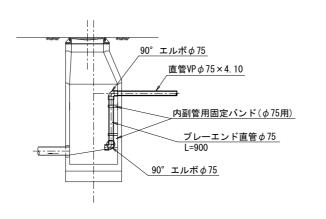



項目	規格	数量
ゴム輪受口片受直管	VP φ 75mm L=5.00m	42 本
45° ベント	VP φ 75mm	1 個
22° 1/2ベント	$VP\phi75$ mm	5 個
11° 1/4ベント	$VP\phi75$ mm	2 個
離脱防止金具	(片受用) VP φ 75	15 個
片フランジ直管	SUS304-20s 80A L=400	1 本
ゴム可撓継手	100mm偏心 φ75×350L	1 本
メカフランジ	粉体塗装 φ75 スライドロック式	1 個
フランジ継手材	SUSボルト φ75×上水	2 組

>	《この図面はA	1サイ	ズを原	東寸と	する	5.


		-	
工事名	平成28年度 津第5-3処理		
施工箇所名	津市垂水地内		
図面の種類	配管詳細図(654路線)		
縮尺	Free	図面番号	7/18
事業所名	下水道局下	水道建設	課

配管詳細図(229-2路線) s = Free

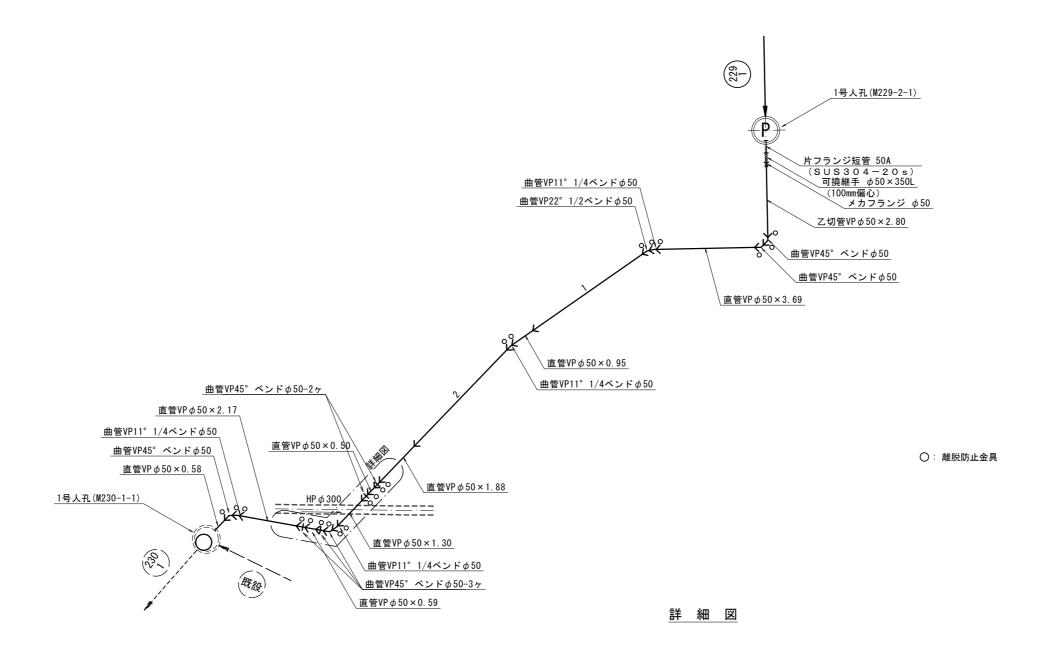

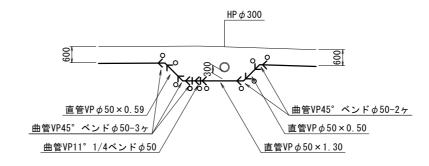


既設人孔詳細図

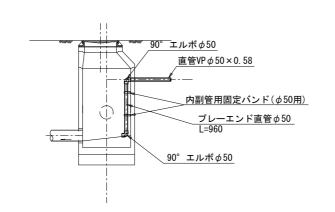


項 目	規格	数量
ゴム輪受口片受直管	VP φ 50mm L=5.00m	10 本
45° ベンド	VP φ 50mm	8 個
22° 1/2ベンド	VP φ 50mm	1 個
11°1/4ベンド	$VP\phi50$ mm	4 個
離脱防止金具	(片受用) VP ϕ 50	21 個
片フランジ直管	SUS304-20s 50A L=550	1 本
ゴム可撓継手	100mm偏心 φ50×350L	1 本
メカフランジ	粉体塗装 φ50 スライドロック式	1 個
フランジ継手材	SUSボルト φ50×上水	2 組

※この図面はA1サイズを原寸とする。


工事名	平成28年度 津第5-3処			
施工箇所名	3 津市垂水地	津市垂水地内		
図面の種类	頁 配管詳細区	配管詳細図(229-2路線)		
縮尺	Free	図面番号	8/18	
事業所名	3 下水道局下	水道建設	課	

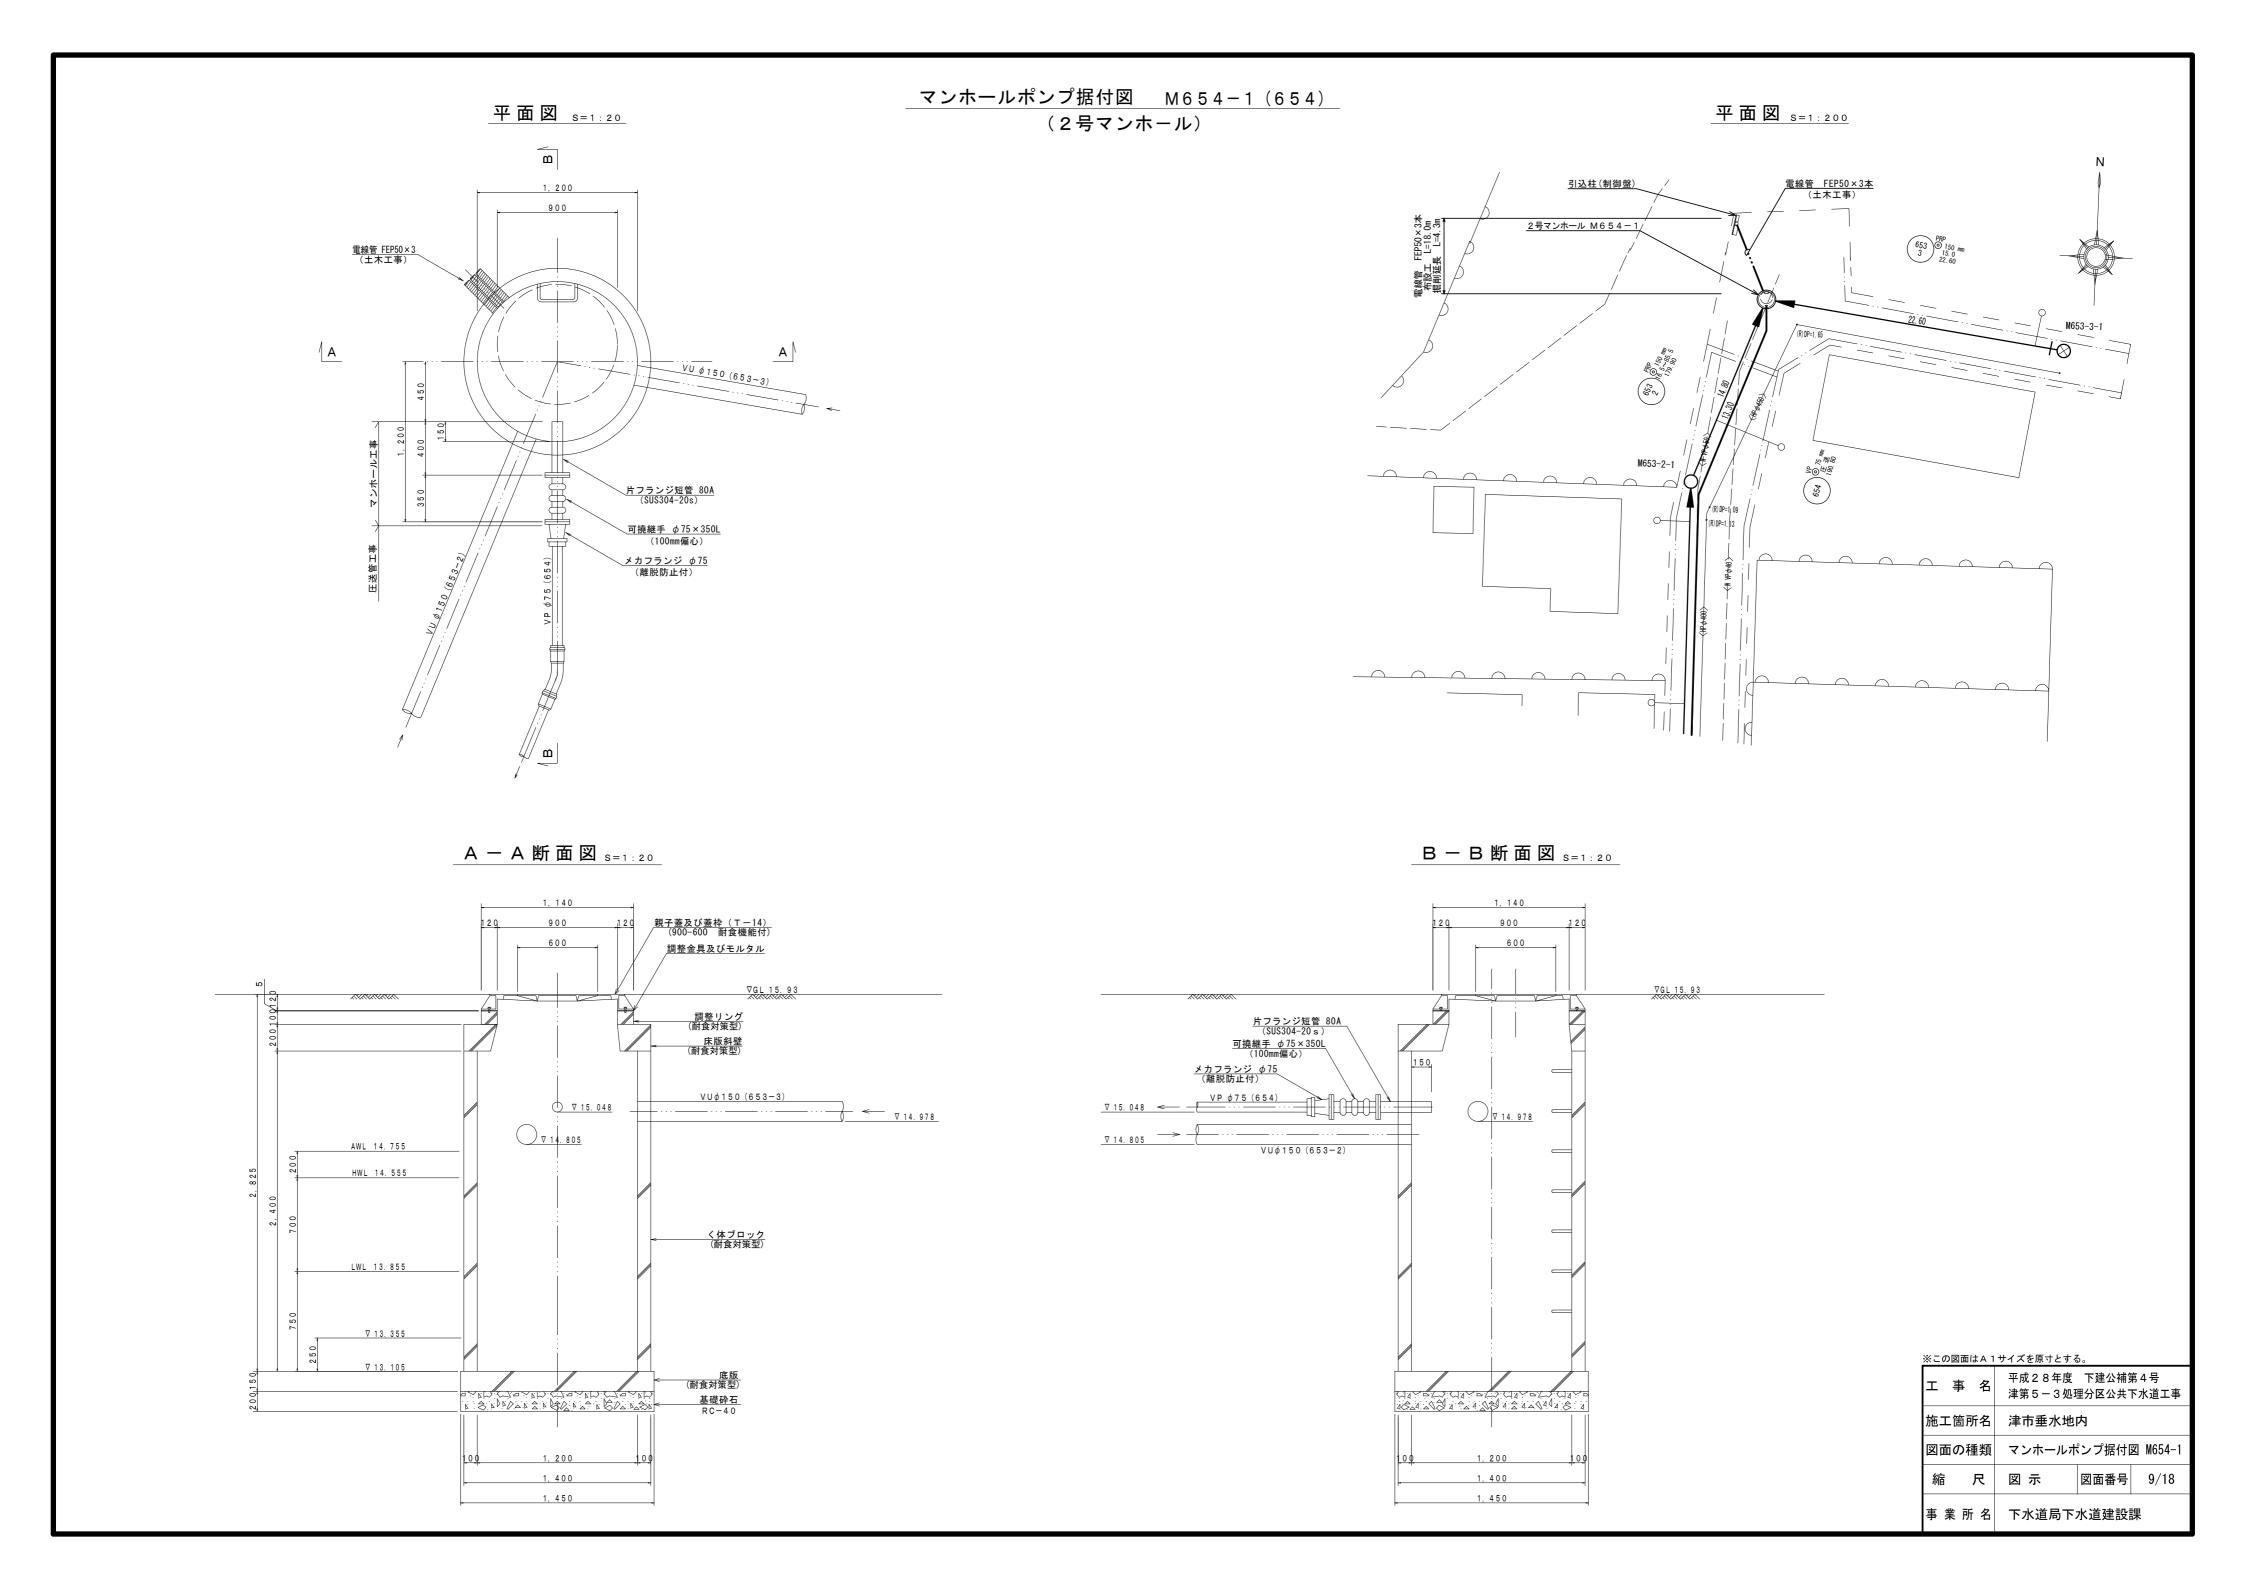


マンホールポンプ据付図 M229-2-1 (229-2) (1号マンホール)

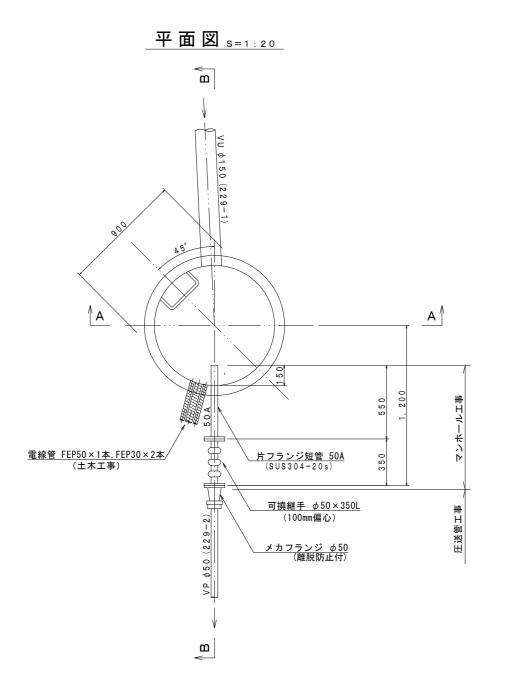

A - A 断面図 _{S=1:20}

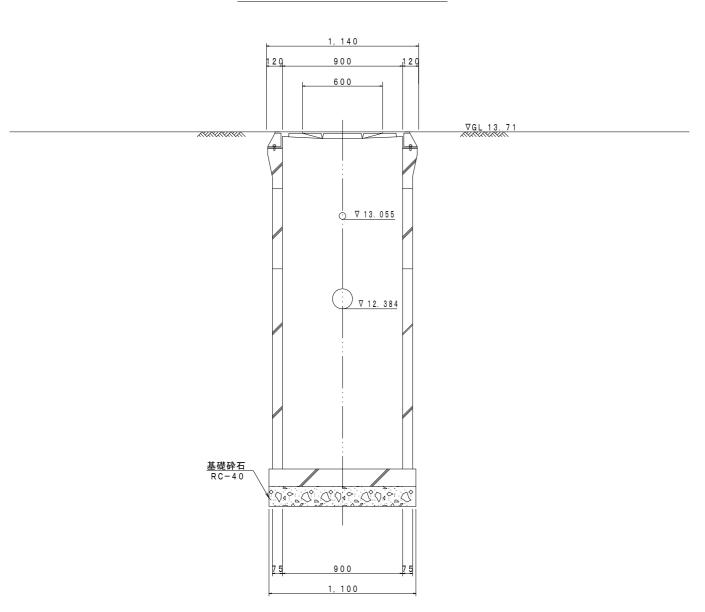

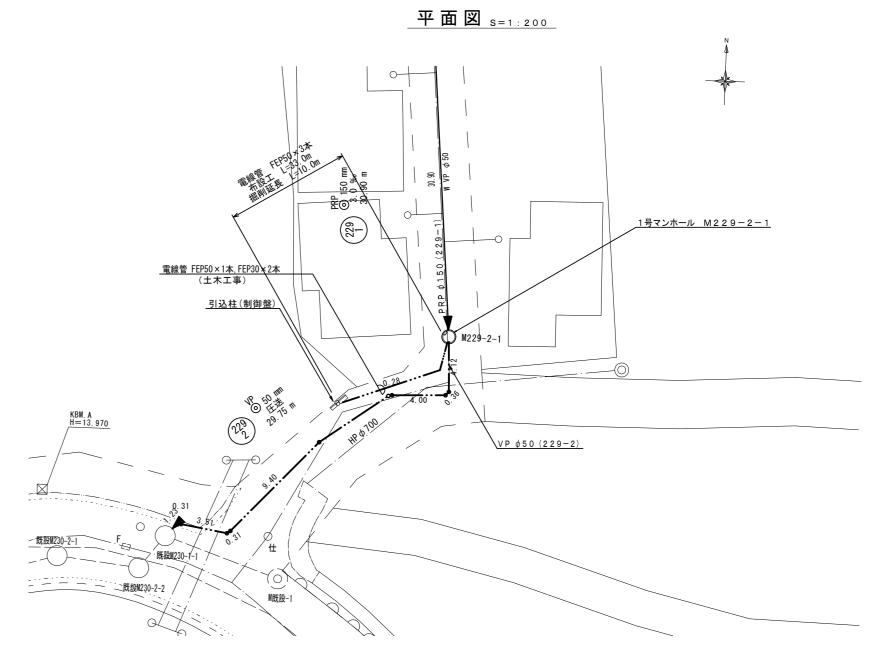


施工箇所名 津市垂水地内


縮 尺 図 示 図面番号 10/18

事 業 所 名 下水道局下水道建設課

B - B 断面図 _{S=1:20}

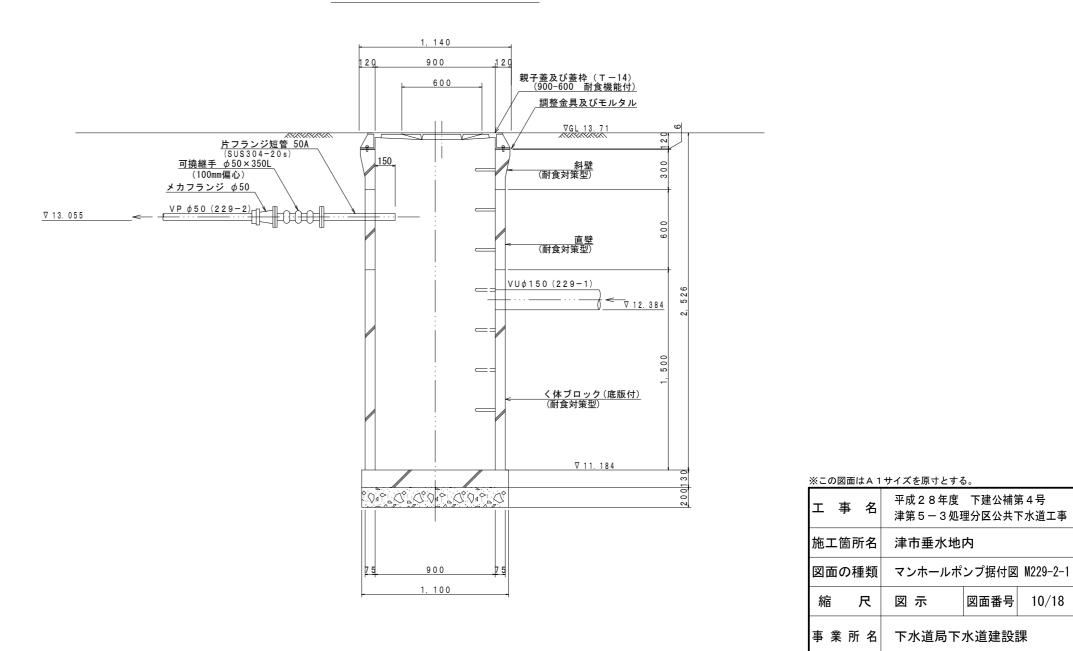

本管布設詳細図 s=1/20

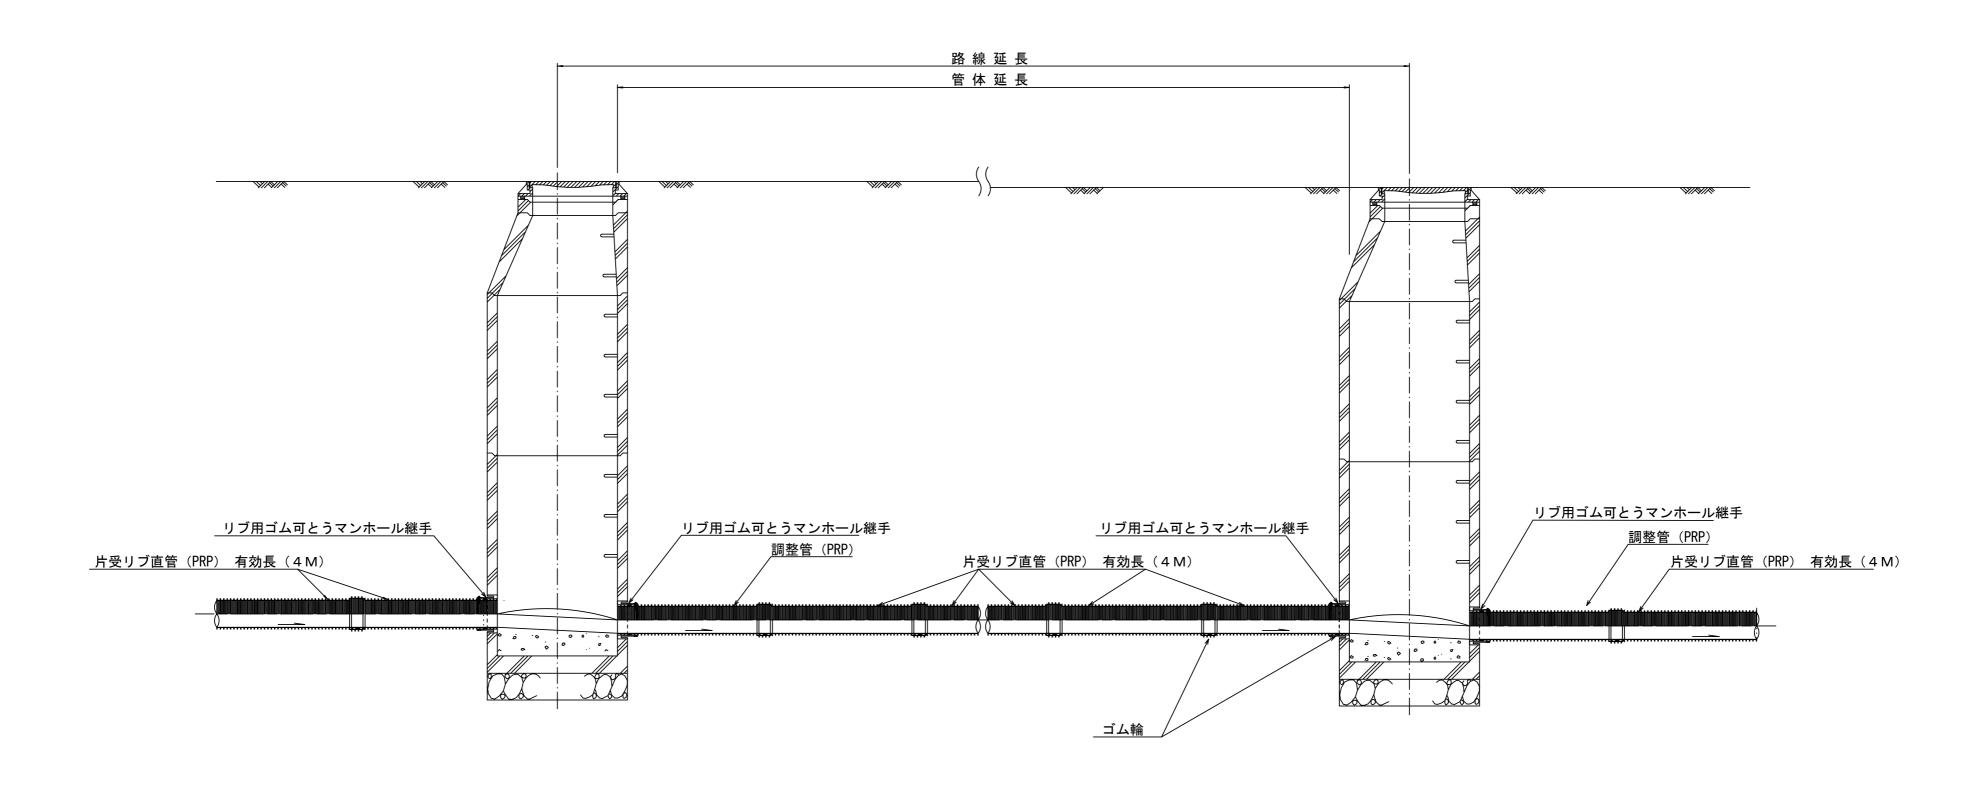

注) 調整管が1.0m未満の場合は、1.0mで切断をし片受直管で長さを調整する。

ップで ※この図面はA1サイズを原寸とする。

_	※この図面はA1サイズを原寸とする。								
	エ	事	名	平成28年度 津第5-3処	下建公补 理分区公共	輔第4号 共下水道工事			
;	施工	箇所	名	津市垂水地	内				
	図	面	名	本管布設	詳細図				
į	縮		尺	1/30	図面番号	11/18			
[事業	美 所	名	津市下水道	 适局下水	道建設課			

土 工 定 規 図 s=1/20


(リブ本管) 参 考


取付管土工定規図 s=1/20

参 考


舗装復旧工 s=1/20

___市道部____

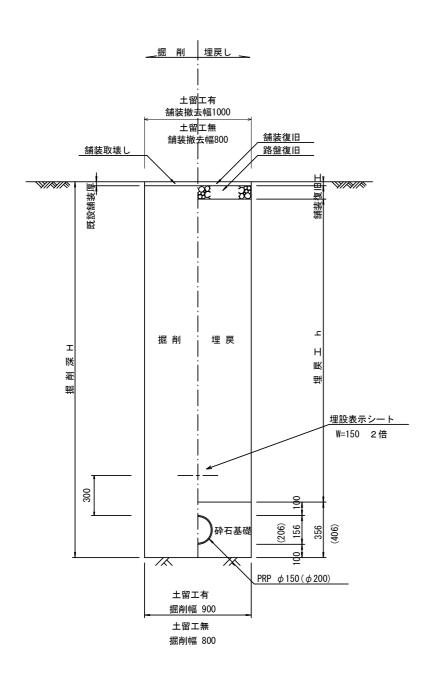

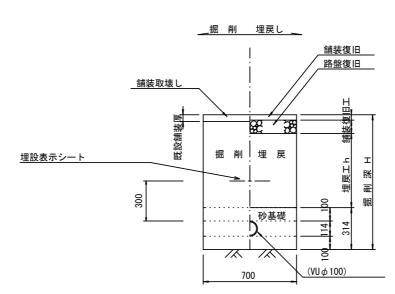


圧送管土工定規図 s=1/20

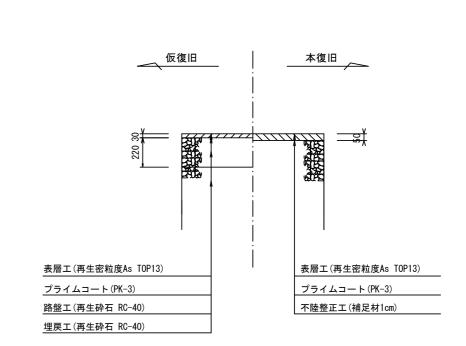

電線管土工定規図

参考

S = 1 / 20

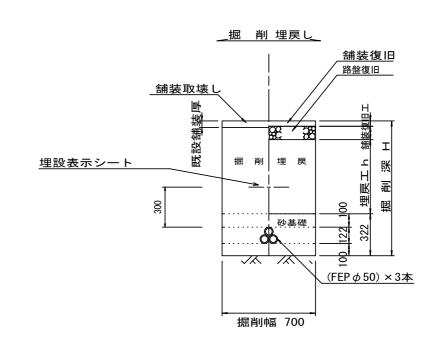



※この図面はA1サイズを原寸とする。

次にの四面はバッイスを示りこうる。							
Н	事	名	平成28年度 下建公補第4号 津第5-3処理分区公共下水道工事				
施工	箇所	名	津市垂水地内				
図	面	名	土 工 定 規 図 (リ ブ 管) 取 付 管 土 工 定 規 図 , 舗 装 復 旧 エ				
縮		尺	図 示 図面番号 12/18				
事業	美 所	名	津市下水道局下水道建設課				

土留工標準図 (参考)

(軽量金属支保材使用の場合)

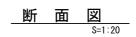

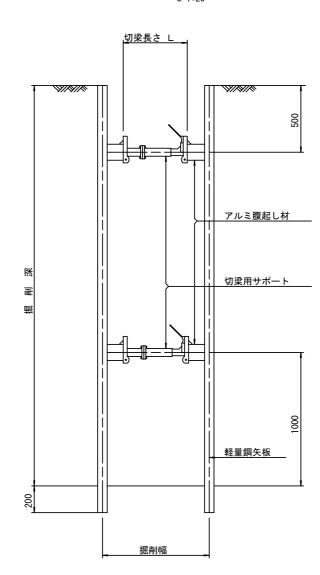

軽量鋼矢板 標準図 S=1:5




支保工段数表

文保上段釵表							
掘削深 (m)	矢板長 (m)	支保工段数 (段)					
1.5 <h≦1.8< td=""><td>2. 0</td><td>1</td></h≦1.8<>	2. 0	1					
1.8 <h≦2.0< td=""><td>2. 5</td><td>1</td></h≦2.0<>	2. 5	1					
2.0 <h≦2.3< td=""><td>2. 5</td><td>2</td></h≦2.3<>	2. 5	2					
2.3 <h≦2.8< td=""><td>3. 0</td><td>2</td></h≦2.8<>	3. 0	2					
2.8 <h≦3.3< td=""><td>3. 5</td><td>2</td></h≦3.3<>	3. 5	2					
3.3 <h≦3.5< td=""><td>4. 0</td><td>2</td></h≦3.5<>	4. 0	2					
3.5 <h≦3.8< td=""><td>4. 0</td><td>3</td></h≦3.8<>	4. 0	3					

※ マンホール部掘削時においては、掘削深に応じた軽量鋼矢板を使用すること。


<u>平面図</u> S=1:20

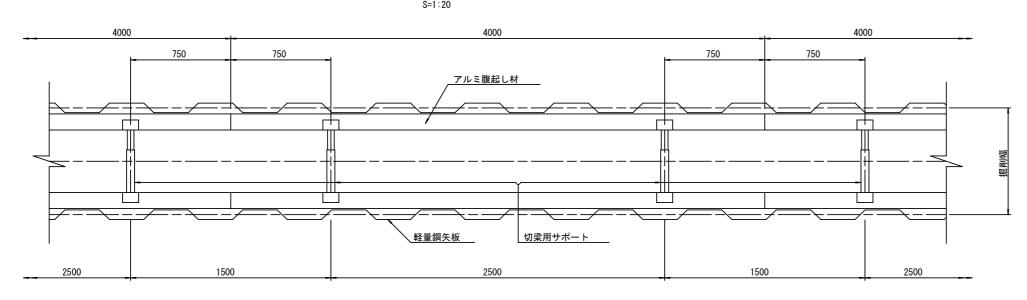



データ ※この図面はA1サイズを原寸とする。


エ	事	名			下建公补 理分区公共	#第4号 共下水道工事
施工	箇所	名	津市	重水地	.内	
図	面	名	土質(軽量	留工 標 準 量 金 属 3	≝ 図 支 保 材 使	用の場合)
縮		尺	図	示	図面番号	
事業	美所	名	津市	下水道	直局下 水	道建設課


組立1号マンホール構造図

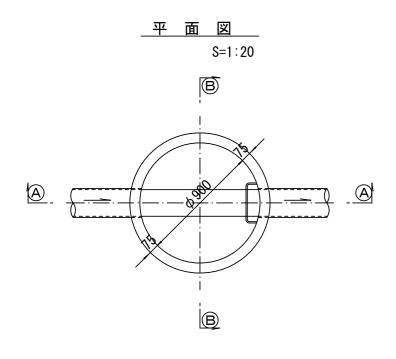


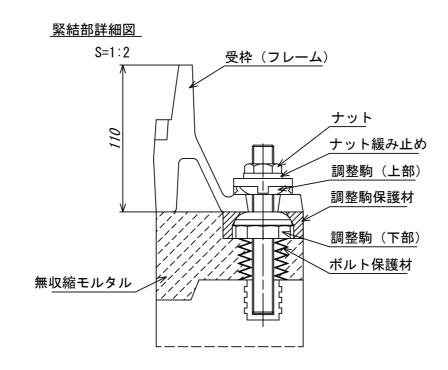


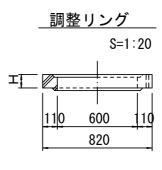


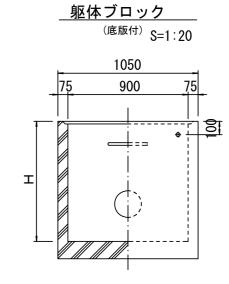

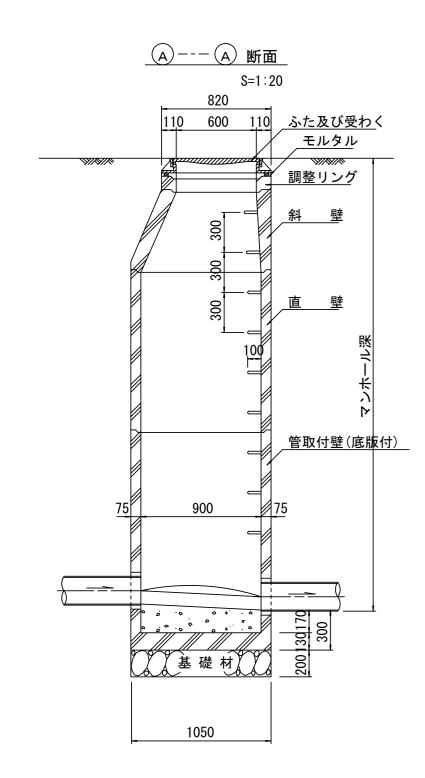

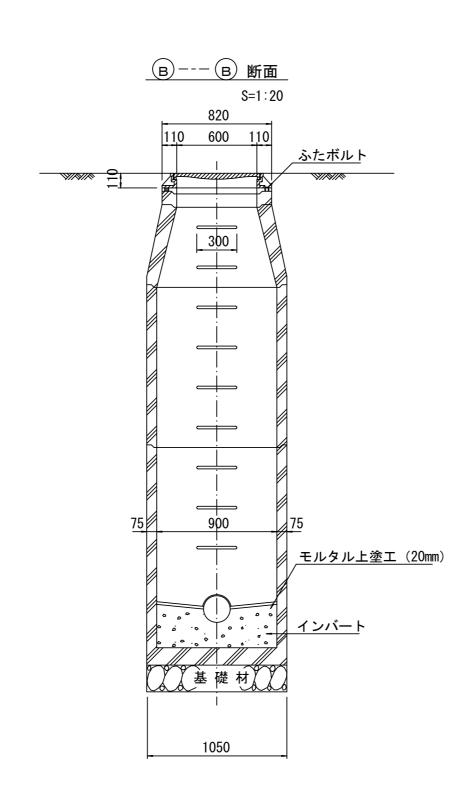

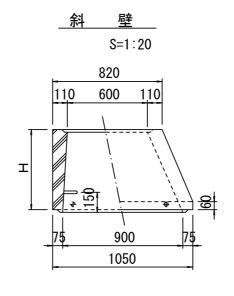

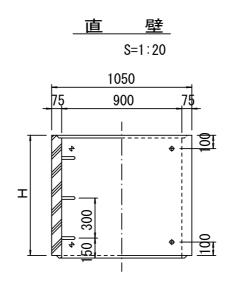

<u>寸</u>	法	表	

		_					
種	類			Н	(mm)		
調整リ	ング	50	100	150			
斜	壁	300	450	600			
直	壁	300	600	900	1200	1500	1800
管取付	壁	600	900	1200	1500	1800	


※鉄蓋の仕様については、津市認定マンホール蓋(市章入り)とする。


ッ ち ※この図面はA1サイズを原寸とする。


次この図画はATリイスを原うこする。									
工事名	平成28年度 下建公補第4号 津第5-3処理分区公共下水道工事								
施工箇所名	施工箇所名 津市垂水地内								
図 面 名	組立 1 号マンホール構造図								
縮尺	図 示 図面番号 14/18								
事業所名	津市下水道局下水道建設課								


リブ管用塩ビ製小口径マンホール構造図1/2


S=1:10

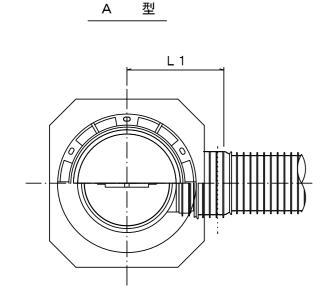


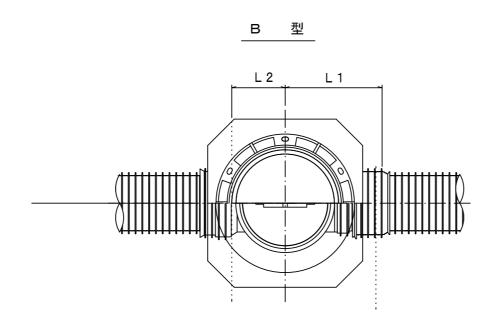

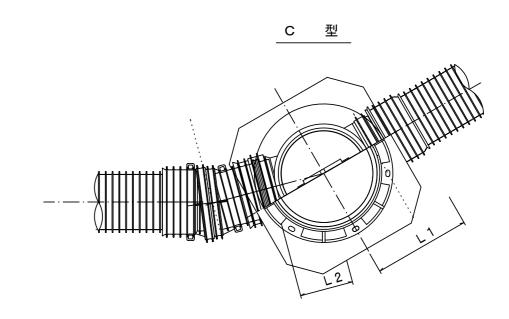

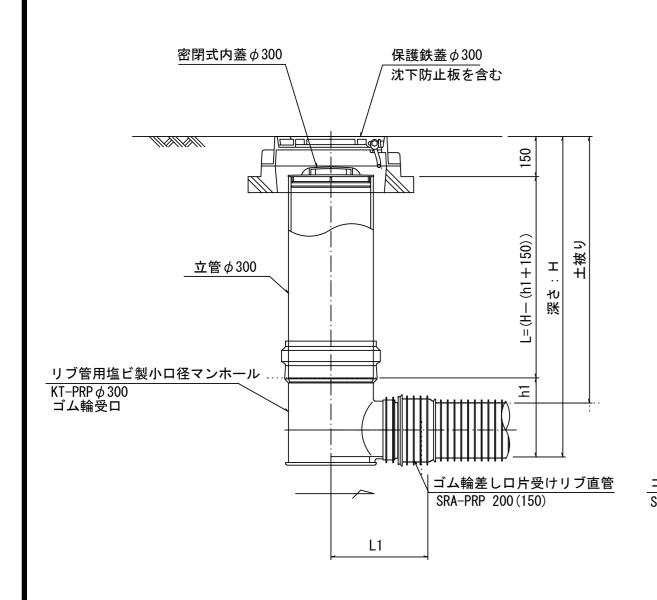

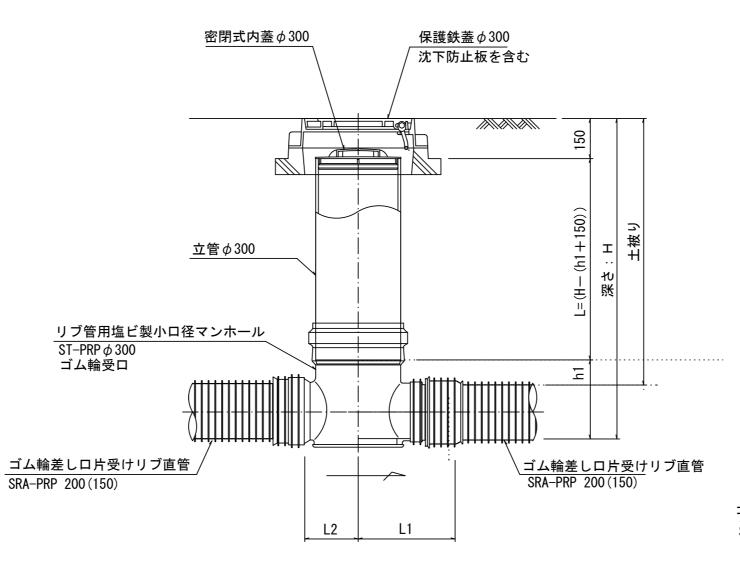

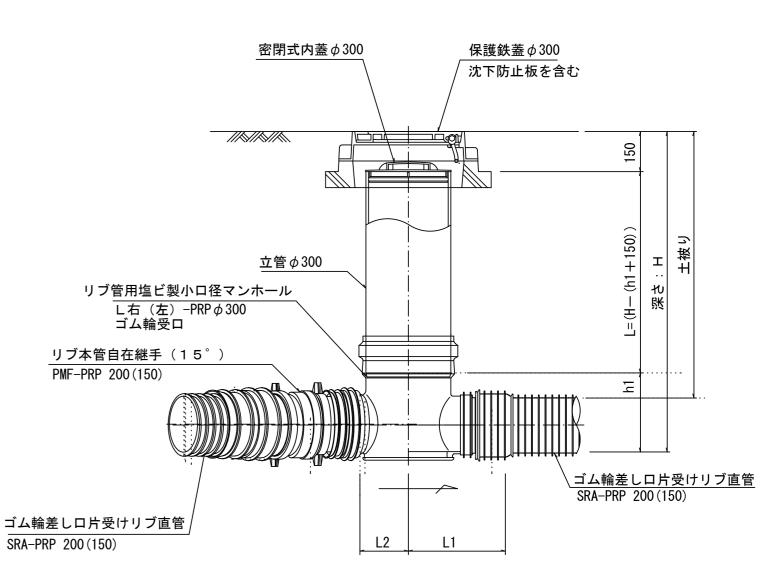

※塩ビマンホールは必要に応じた角度のインバートを使用すること。

		梦		•
※この図面はA1サイズを原寸。	. ع	する	, (5

※この図面はA1サイズを原寸とする。										
工 事 名 平成28年度 下建公補第4号 津第5-3処理分区公共下水道工事										
施.	Ιí	窗 所	名	津市垂水地	内					
図 面 名 リブ管用塩ビ製小口径マンホール構造図1/2										
縮			尺	1/10	図面番号	15/18				
事	業	所	名	津市下水道	 直局下水	道建設課				

リブ管用塩ビ製小口径マンホール構造図2/2 D 型 E 型 保護鉄蓋 **♦300** 沈下防止板 T-25 (T-14)津市認定マンホール蓋(市章入り) 580 ϕ 436 ϕ 420 ϕ 420 沈下防止板 630 密閉式内蓋 ϕ 300 保護鉄蓋φ300 沈下防止板を含む 密閉式内蓋∮300 保護鉄蓋 ϕ 300 沈下防止板を含む 密閉式内蓋 φ300用 立管 ϕ 300 リブ管用塩ビ製小口径マンホール KDR-PRP ϕ 300 リブ管用塩ビ製小口径マンホール リブ管用落差インバート支管 116 L=H-150 Y右(左)-PRPφ300 ゴム輪受口 ゴム輪 参考 ∖ゴム輪差し口片受けリブ直管 ゴム輪差し口片受けリブ直管 <u>ゴム輪差し口片受けリブ直管/</u> SRA-PRP 200(150) ϕ 296 SRA-PRP 200 (150) ※この図面はA1サイズを原寸とする。 SRA-PRP 200 (150) ※塩ビマンホールは必要に応じた角度のインバートを使用すること。 L2 L1


L1

<u>ゴム輪差し口片受け</u>リブ直管 SRA-PRP 200(150)


副管工詳細図

(内副管 飛散防止板)

据付例

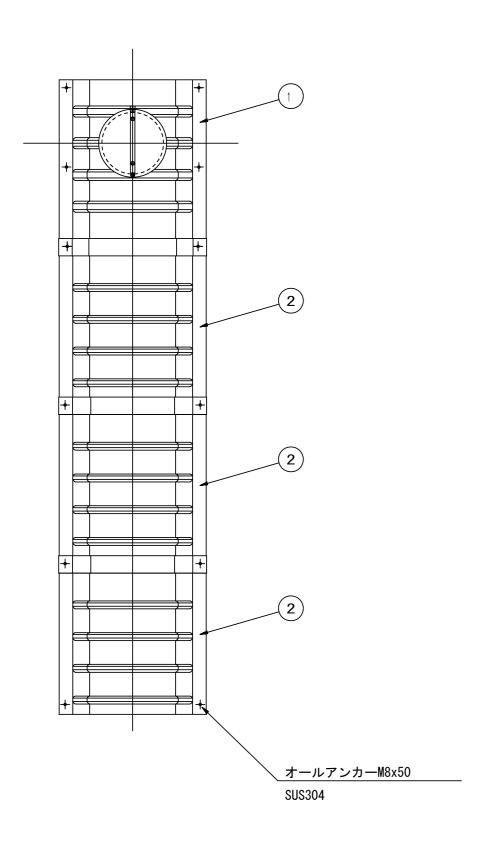



飛散防止板 TB

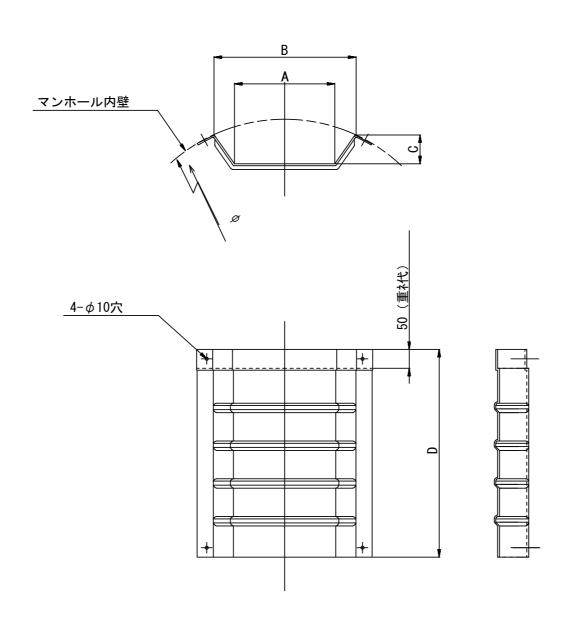

飛散防止板 TA

(点検孔付)

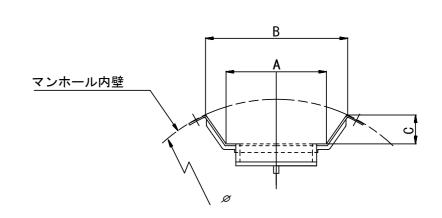

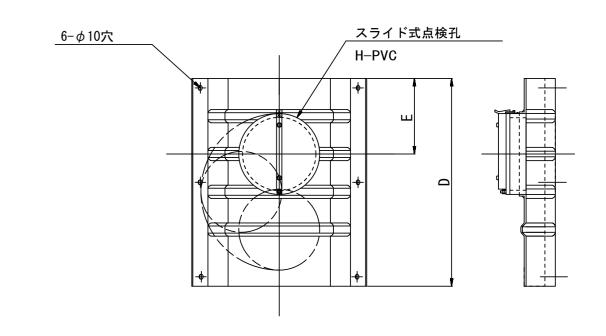

単位mm

品 番	Α	В	С	D	E
TA/B-100	150	210	43	550	200
TA/B-150/200	265	375	77	550	200

参 考 ※この図面はA1サイズを原寸とする。

ェ	Ħ	in the second	名	平成28年度 下建公補第4号 津第5-3処理分区公共下水道工事							
施	工包	鱼所	名	津市垂水地	内						
図	đ	<u> </u>	名	副管工詳細図	副管工詳細図(内副管 飛散防止板)						
縮			刀	_	図面番号	17/18					
事	業	所	名	津市下水道	直局下水	道建設課					

取付管布設標準図


(リブ本管)

S=1:20

Aタイプ


取付管布設延長(L3)


Bタイプ

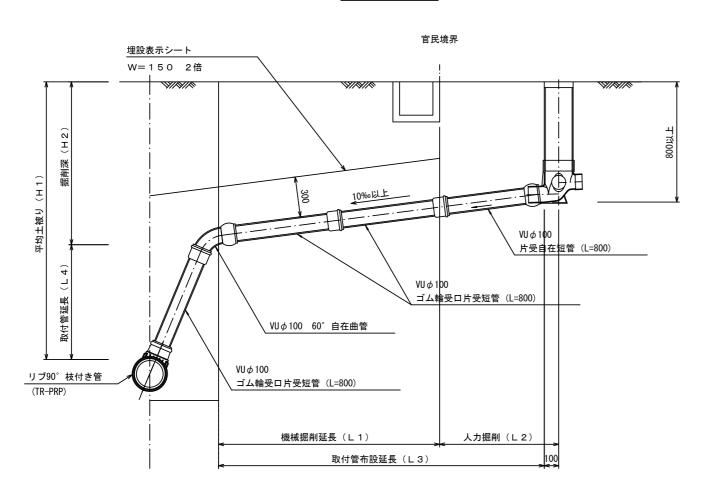


汚水桝 構造図 s=1:5

<u>平面図</u> (参考)

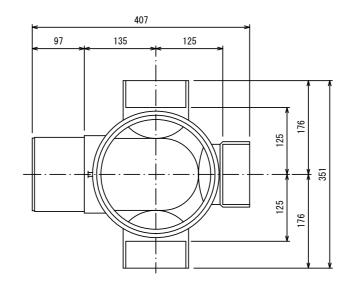

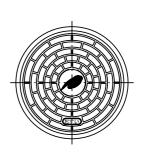

断 面 図

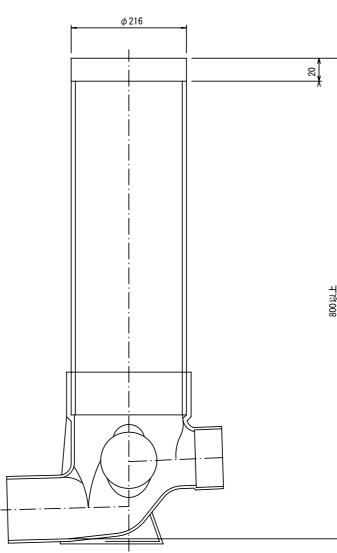

※この図面はA1サイズを原寸とする。

水との四面はガライスを示りとする。									
I	事	名				下建公补 理分区公共			
施工箇所名津市垂水地内									
図	面	名	取付	取付管布設標準図(リブ本管)					
縮		尺	図	示		図面番号	18	3/18	
事	業 所	f 名	津市	下力	Κį	直局下 水	道建	設課	