



特記事項

(工事概要)

本事業は、議会議事のマイク集音、拡声を行うマイク・スピーカー設備、議場システム操作設備の老朽化に対応するための性能維持、及び操作性の改善を図る。

(施工条件)

※ 本工事は、

国土交通省大臣官房官庁営繕部監修 公共建築工事標準仕様書（電気設備工事編）最新版
" 公共建築改修工事標準仕様書（電気設備工事編）最新版

に基づき行うこと。

※ 工事契約後、速やかに調査及び施工計画書等を作成し、現場着手までに市監督員の承諾を得ること。

※ 作業着手までの調査は、事前に議会事務局及び市監督員の承諾を得るものとし、議会終了後、議会運営に影響を与えない範囲とする。

※ 現場への着手は、10月1日からとする。


※ 現状の機器、盤内配線等について現地を入念に調査のうえ、機器仕様書等を作成して市監督員に承諾を得ること。

※ 作業に伴う用水、電力は施設を無償にて使用できる。

※ 作業過程において、既存施設に損害等を与えた場合は、請負人の負担において速やかに復旧と共に市監督員に報告すること。

※ 本工事に伴い発生する廃材等については、関係法令に適合した施工報告書（マニフェスト、伝票の写し等）を市監督員に提出すること。

※ 設計書に明記がなくとも、機能上及び構造上当然必要と認められるものは本工事に含む。なお、内訳書の数量は参考とし当図面を優先する。

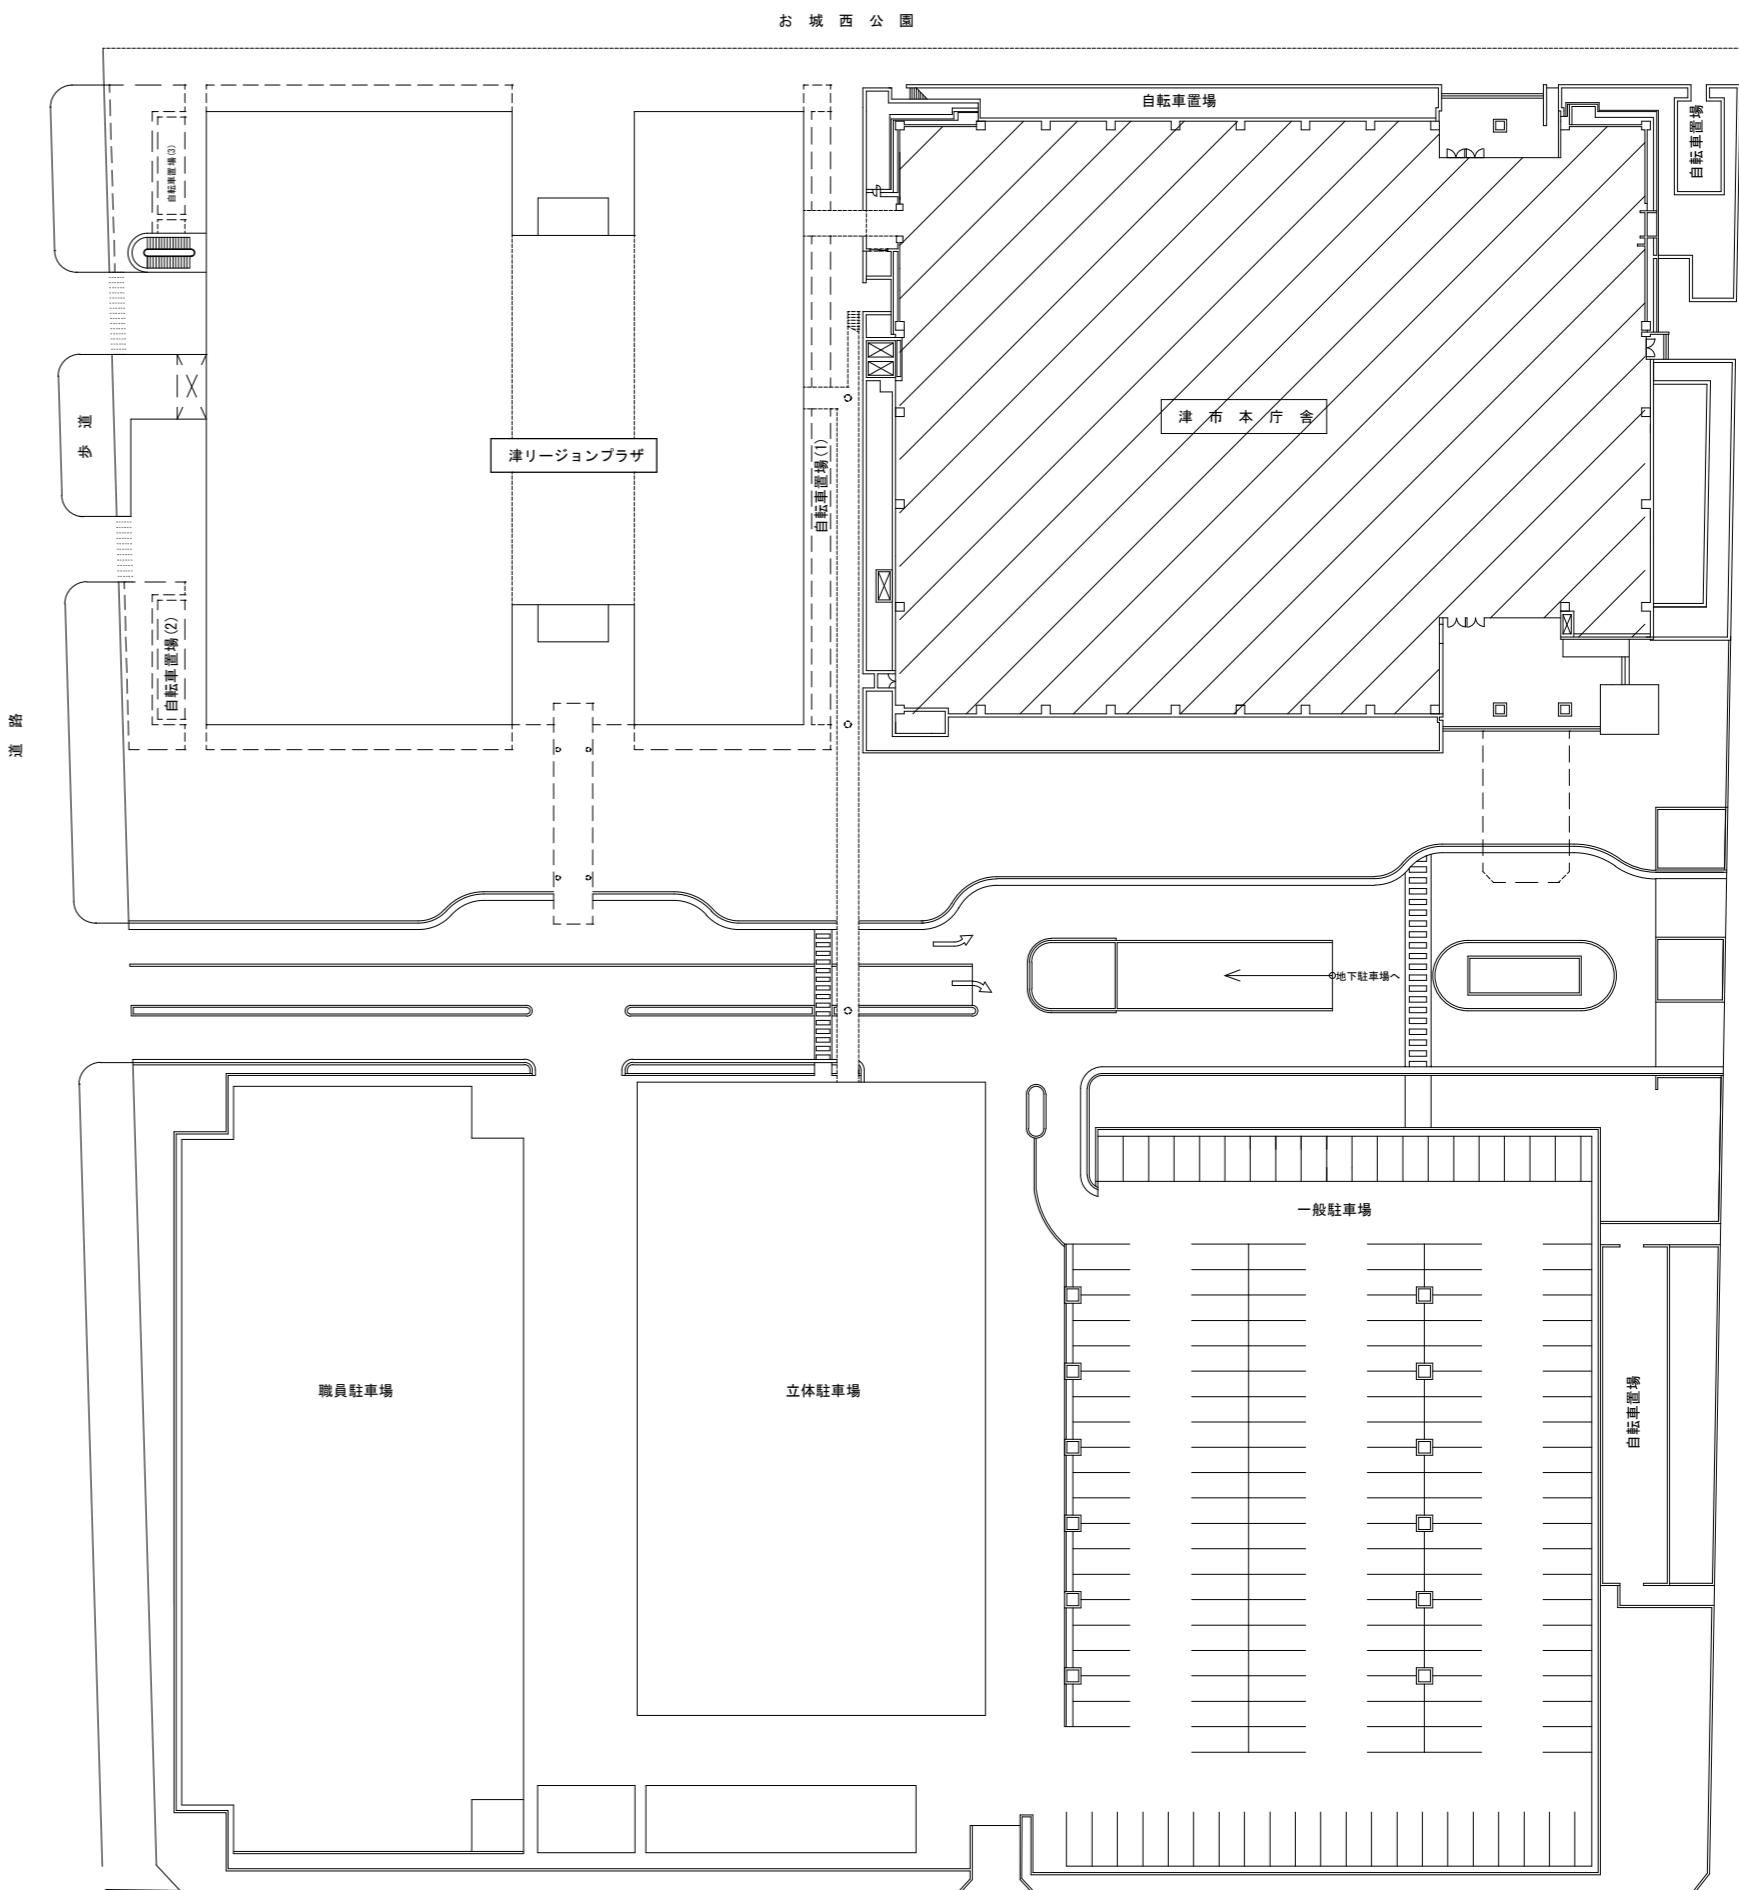

津市議会議場音響設備改修その他工事

縮尺

—



原図:A3
位置図・配置図・特記事項
平成28年6月

津市建設部営繕課

NO.

1/8

津市議会議場音響設備改修その他工事		縮尺 —
図面名称	改修事項、機器構成表	原図:A3
		平成28年6月

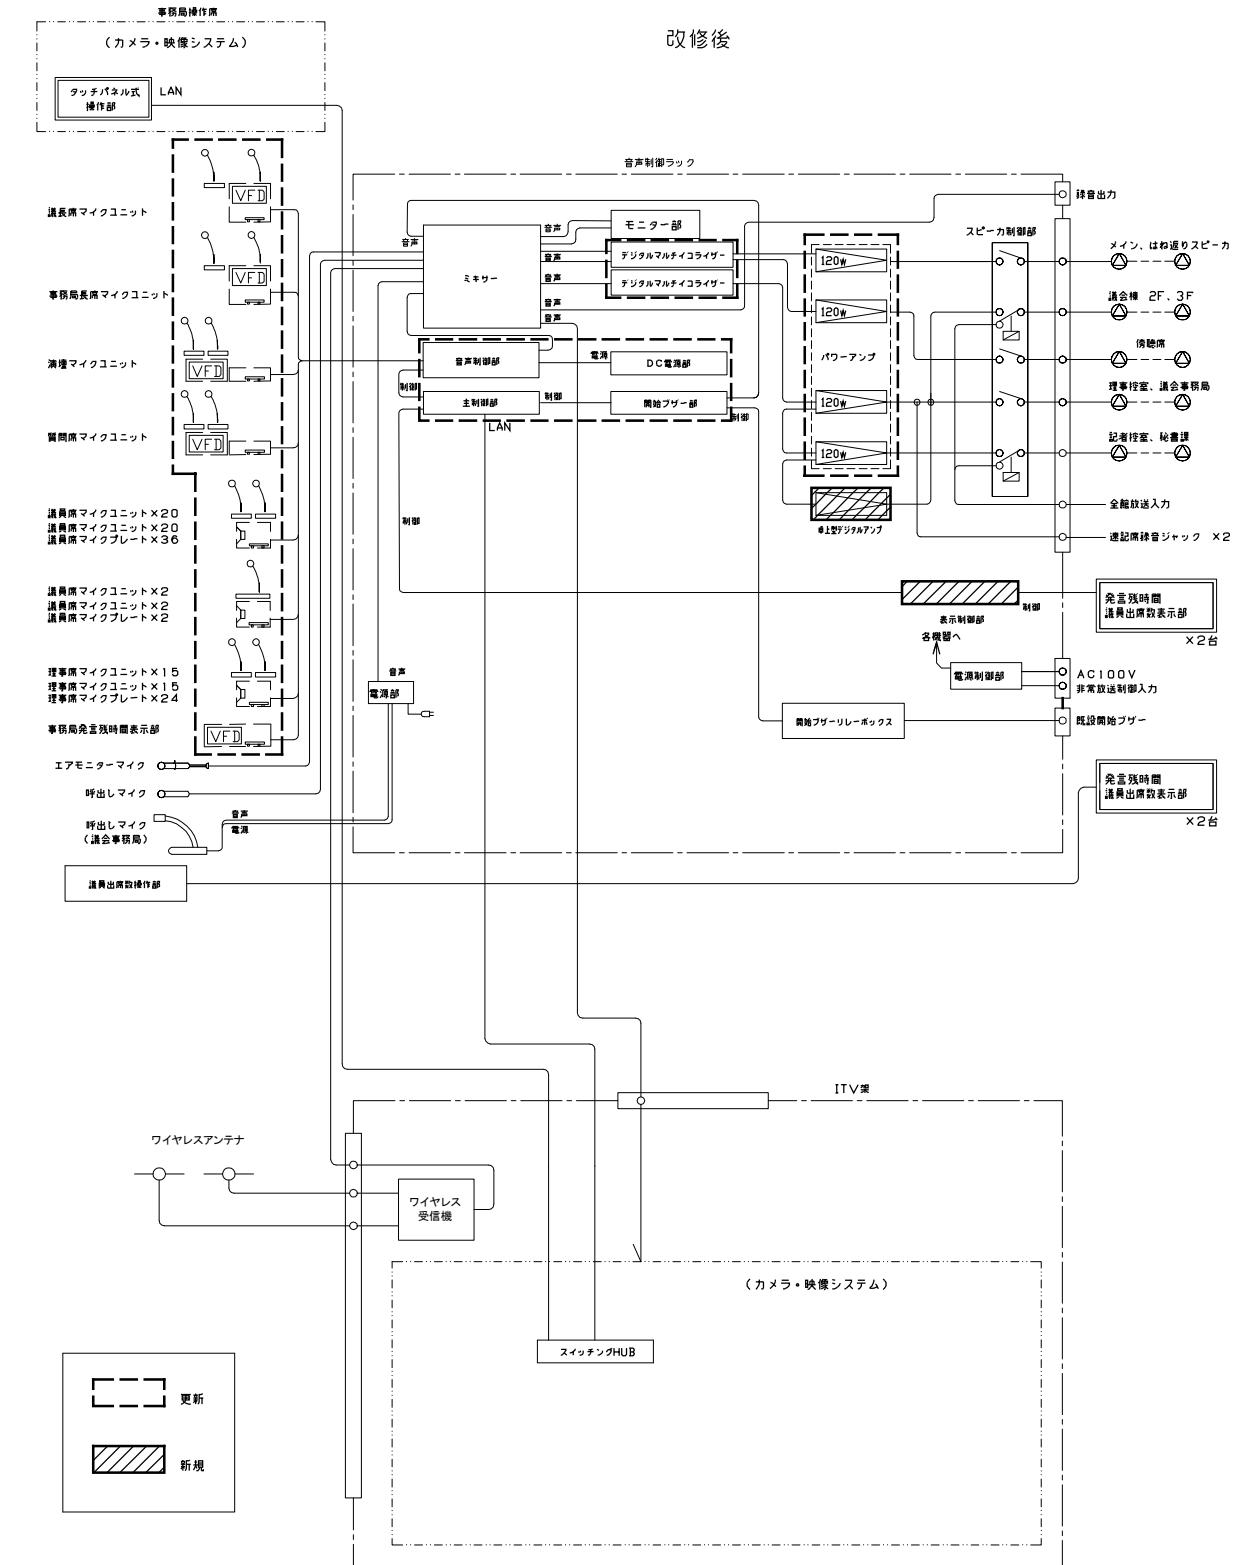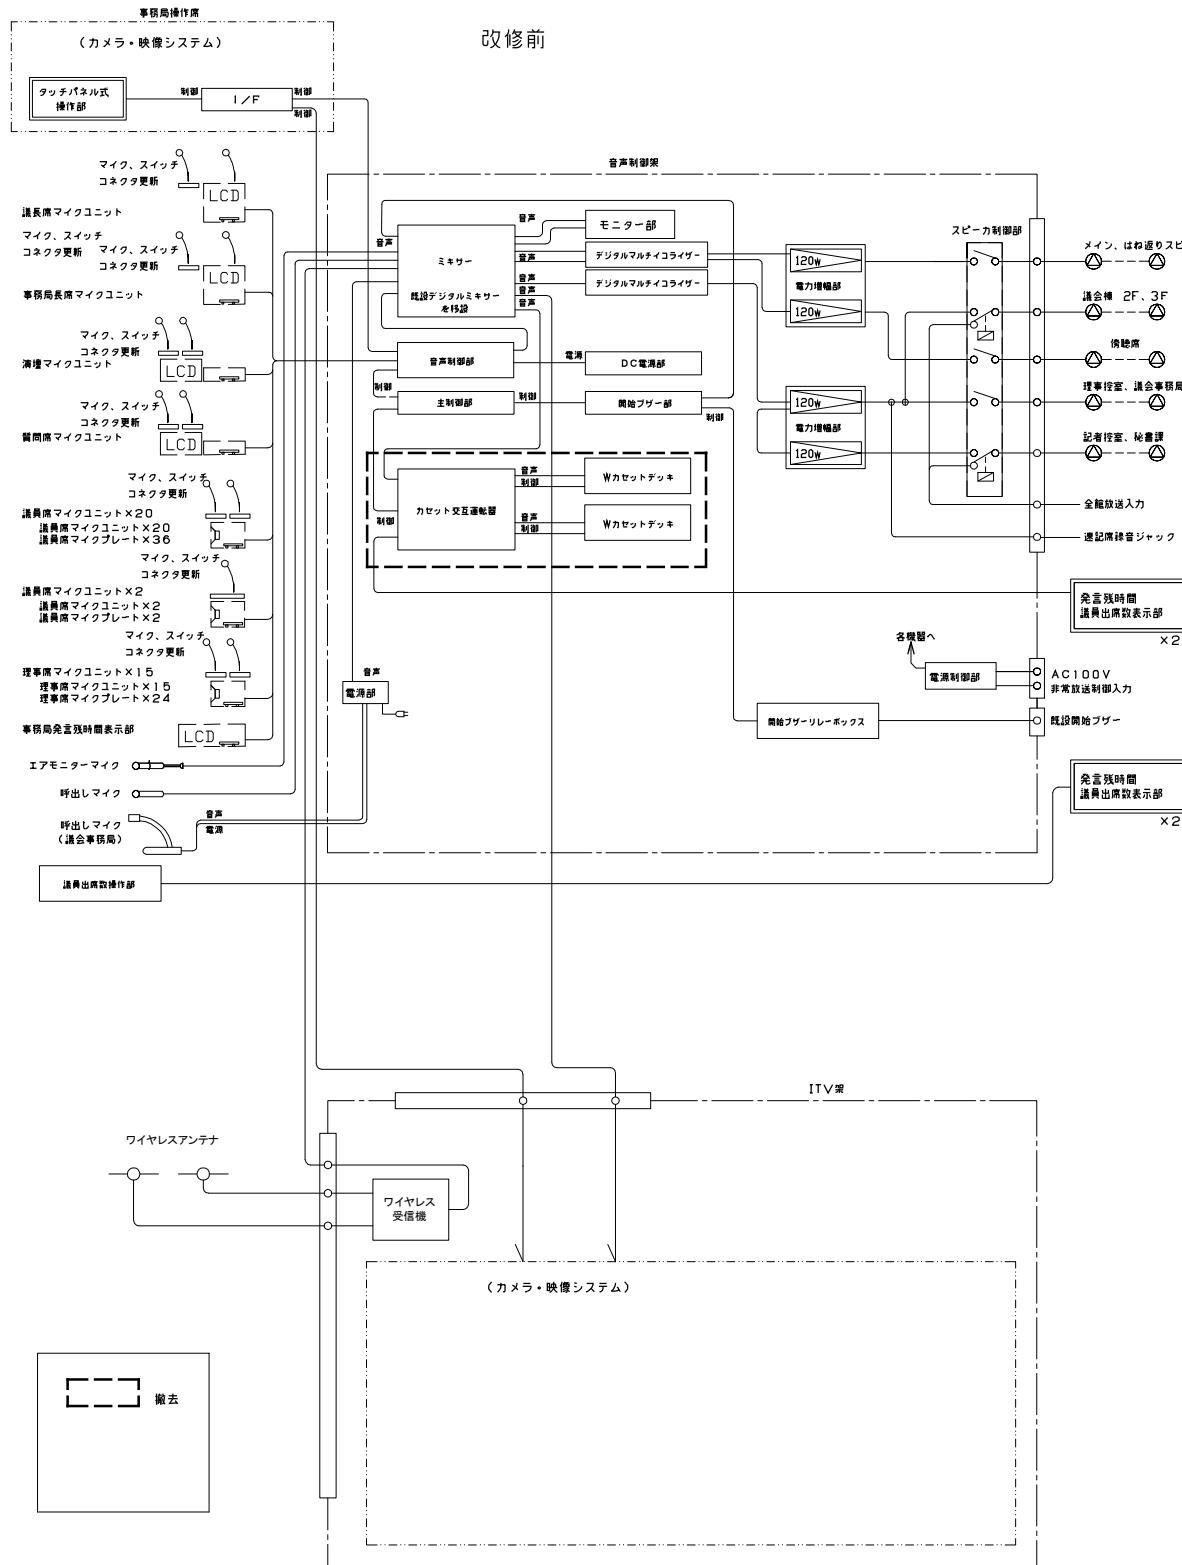

津市議会議場音響設備改修その他工事

縮尺
—


図面名称
システム系統図

原図 : A3


平成28年6月

津市建設部営繕課

NO. 3/8

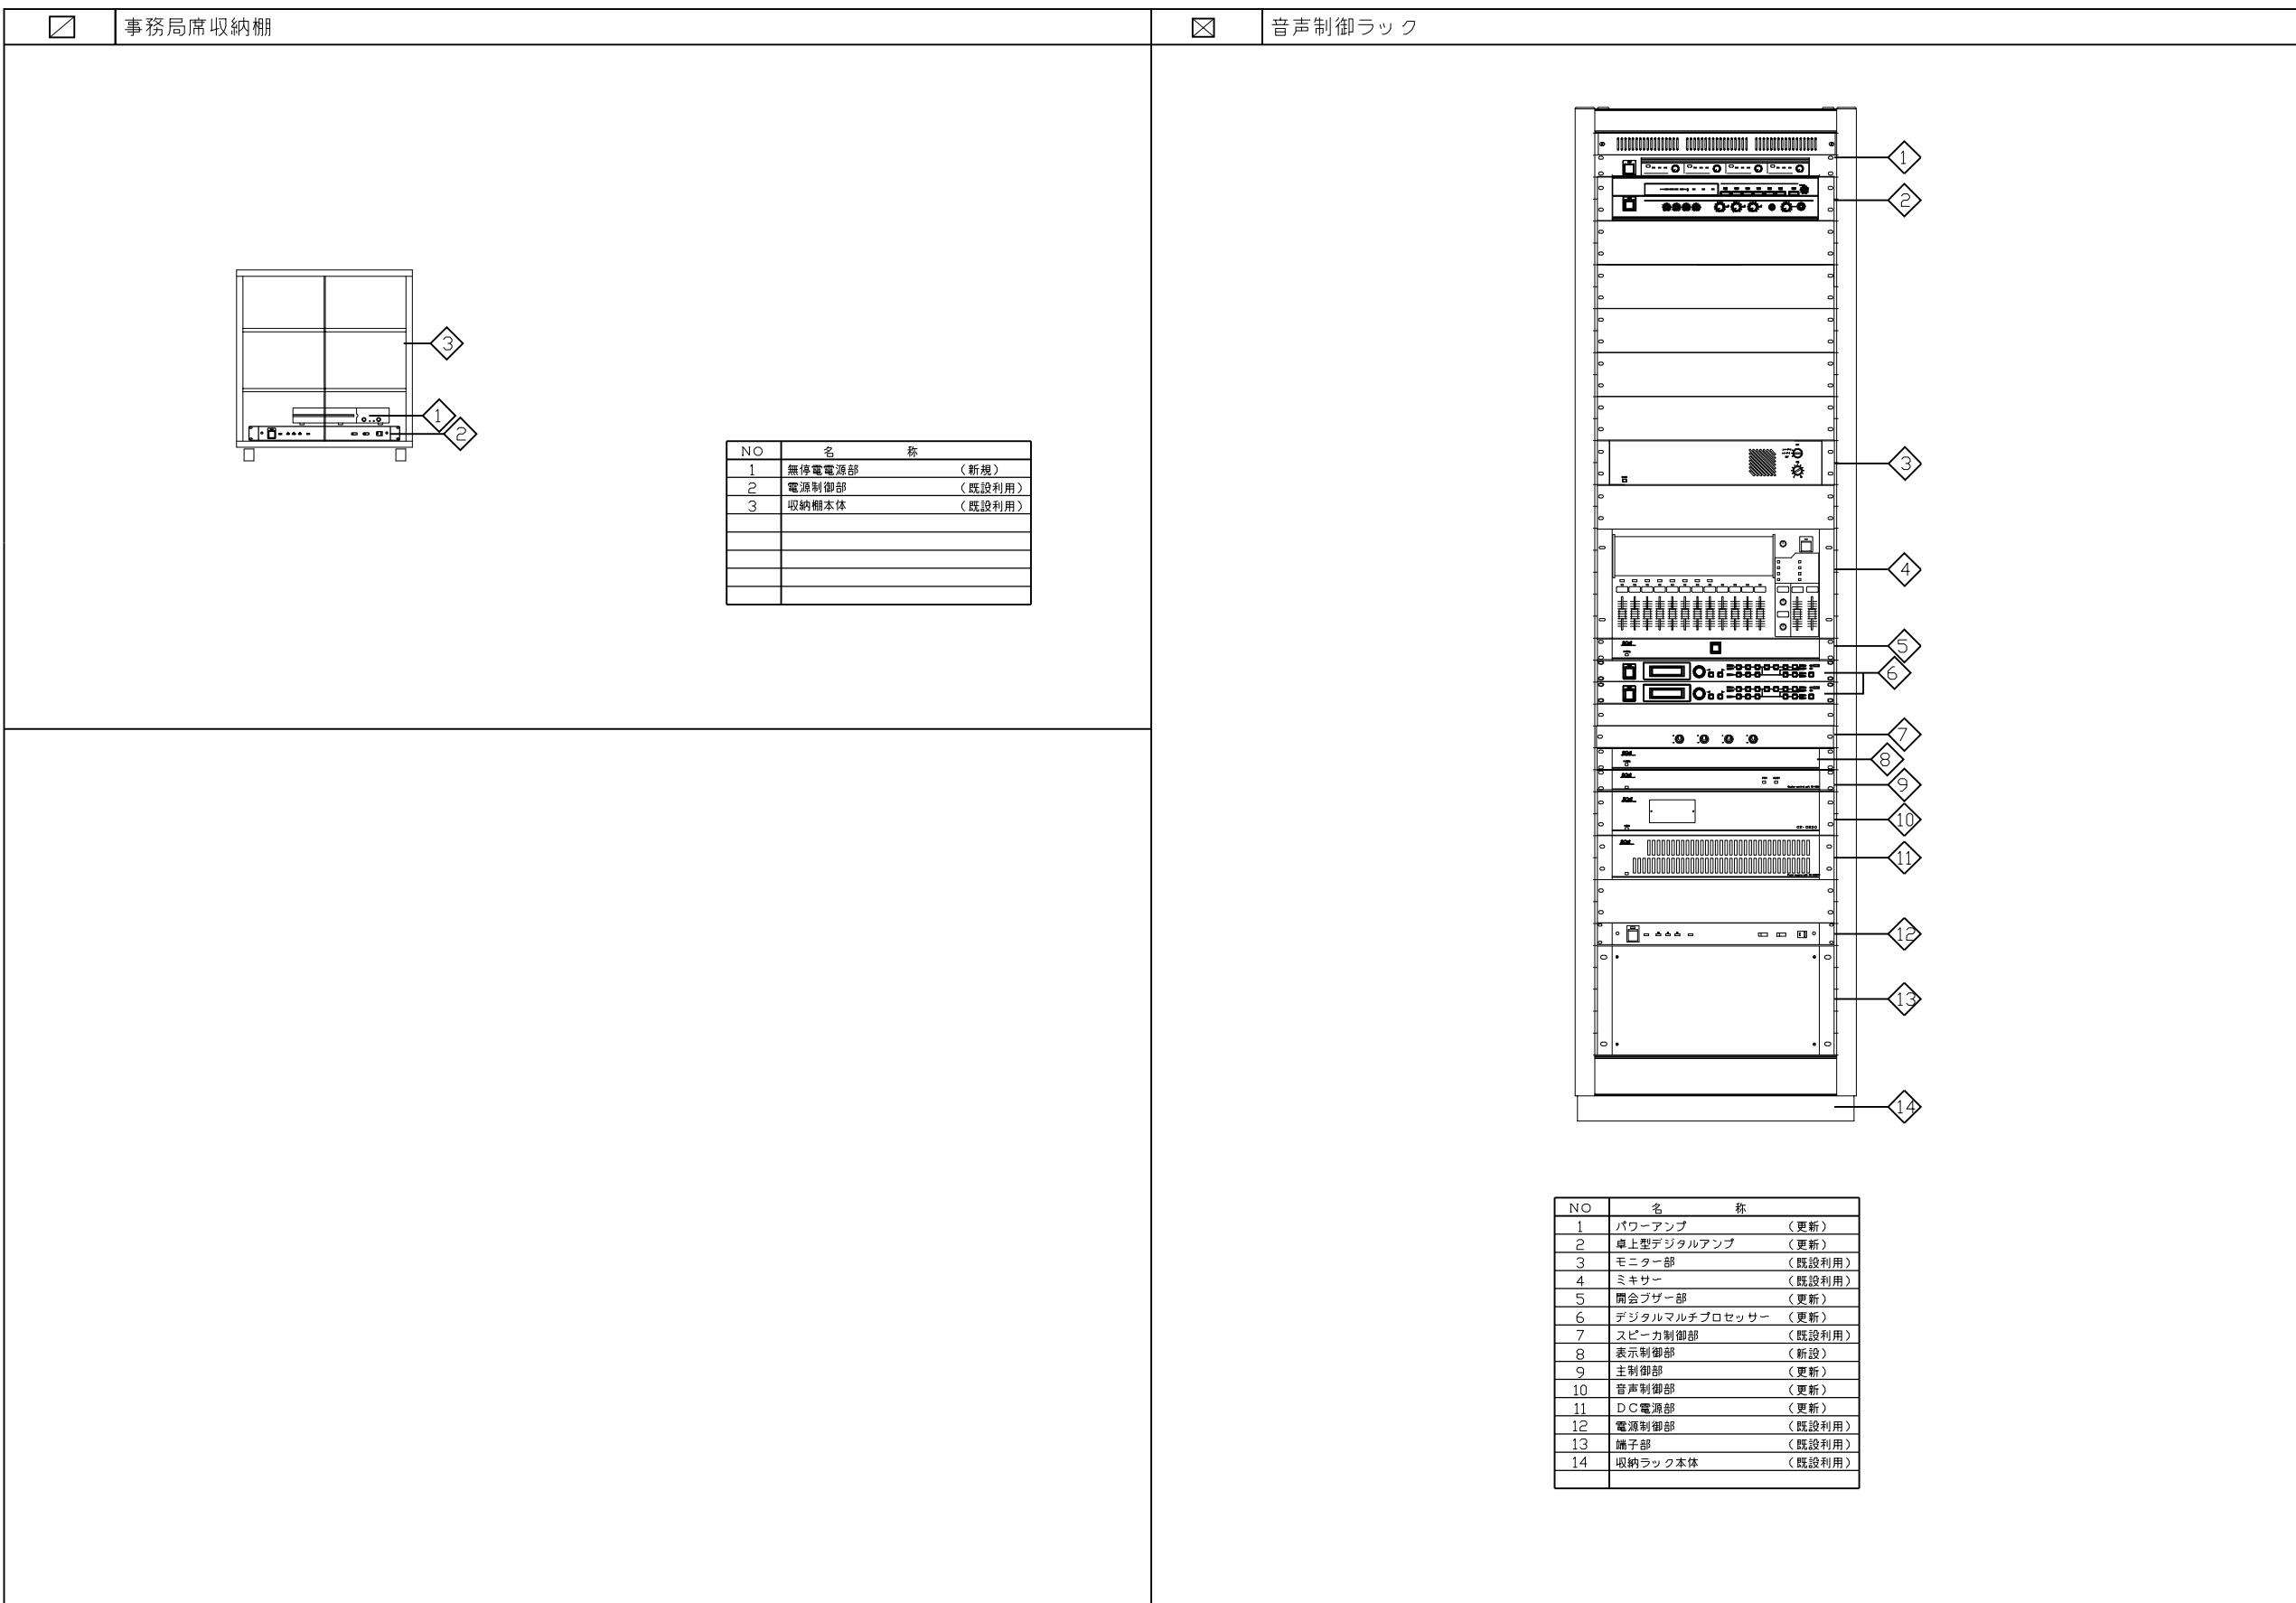

津市議会議場音響設備改修その他工事 図面名称 津市建設部営繕課	津市議会議場音響設備改修その他工事 姿図1		縮尺 1 原図 : A3 平成28年6月
			NO. 4/8

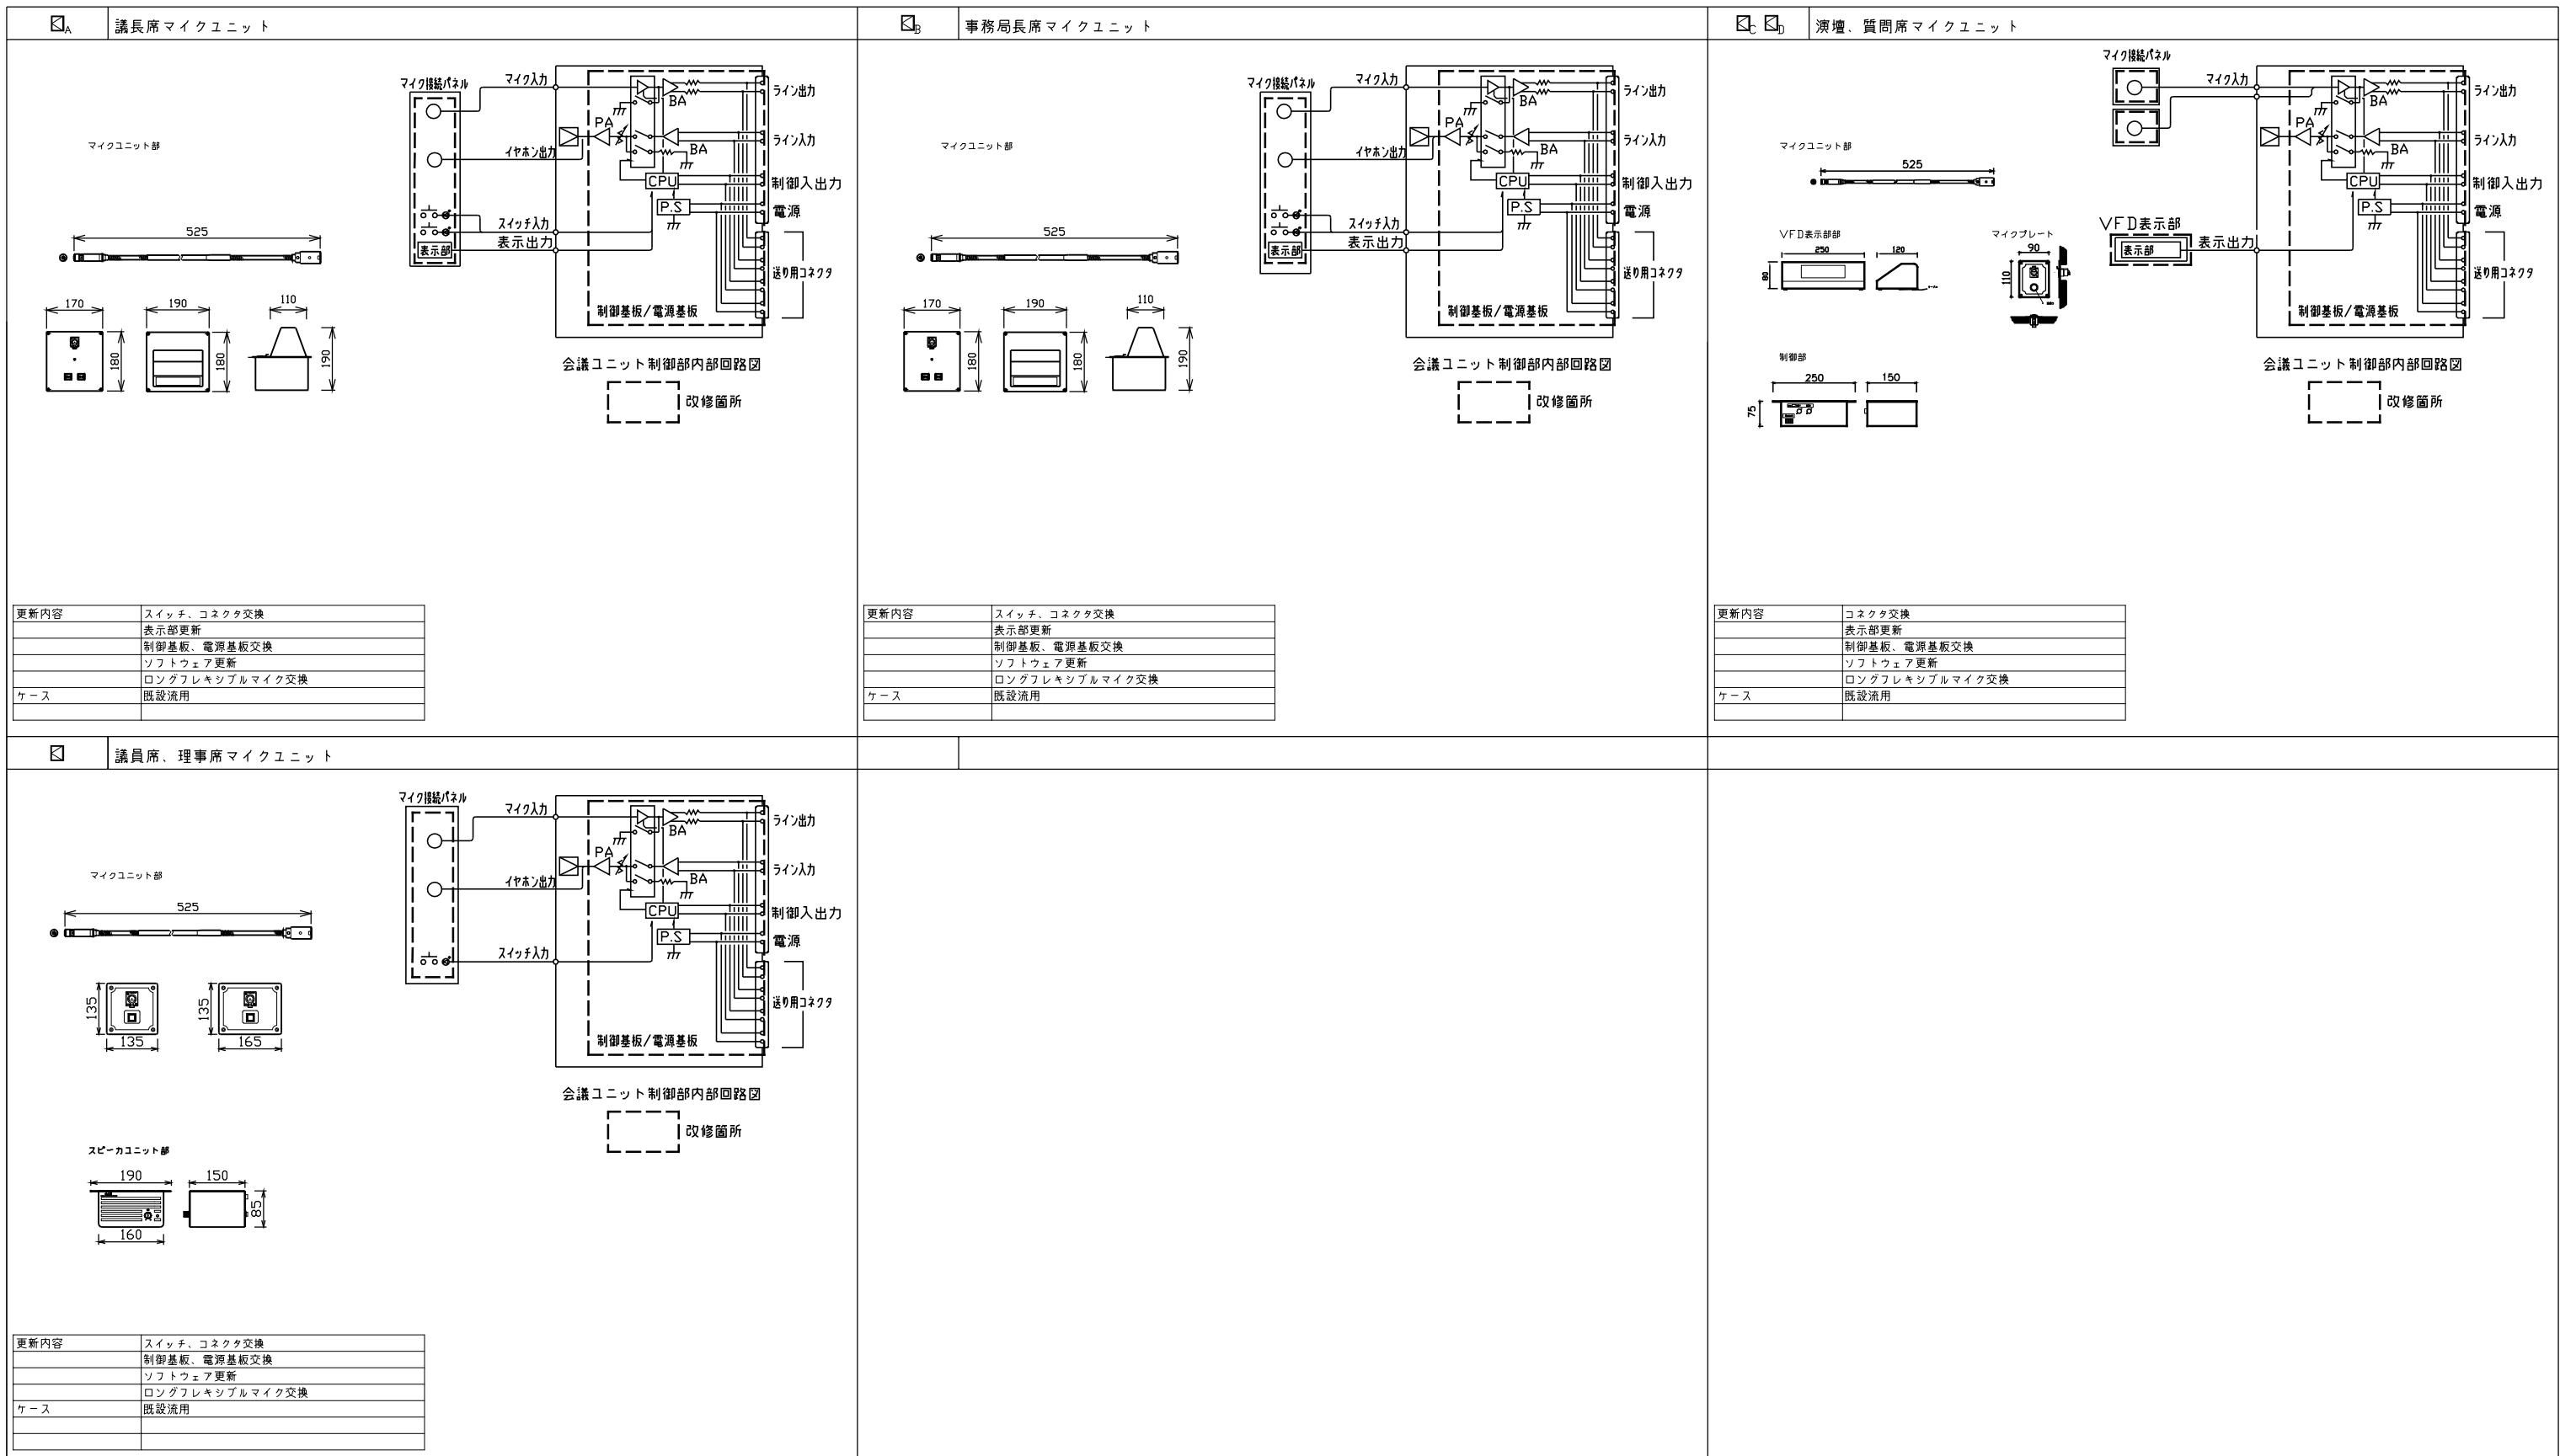

注1) 機器形状及び寸法は参考とする。

津市議会議場音響設備改修その他工事

縮尺

原図 : A3


図面名称

姿図2

平成28年6月

津市建設部営繕課

NO. 5/8

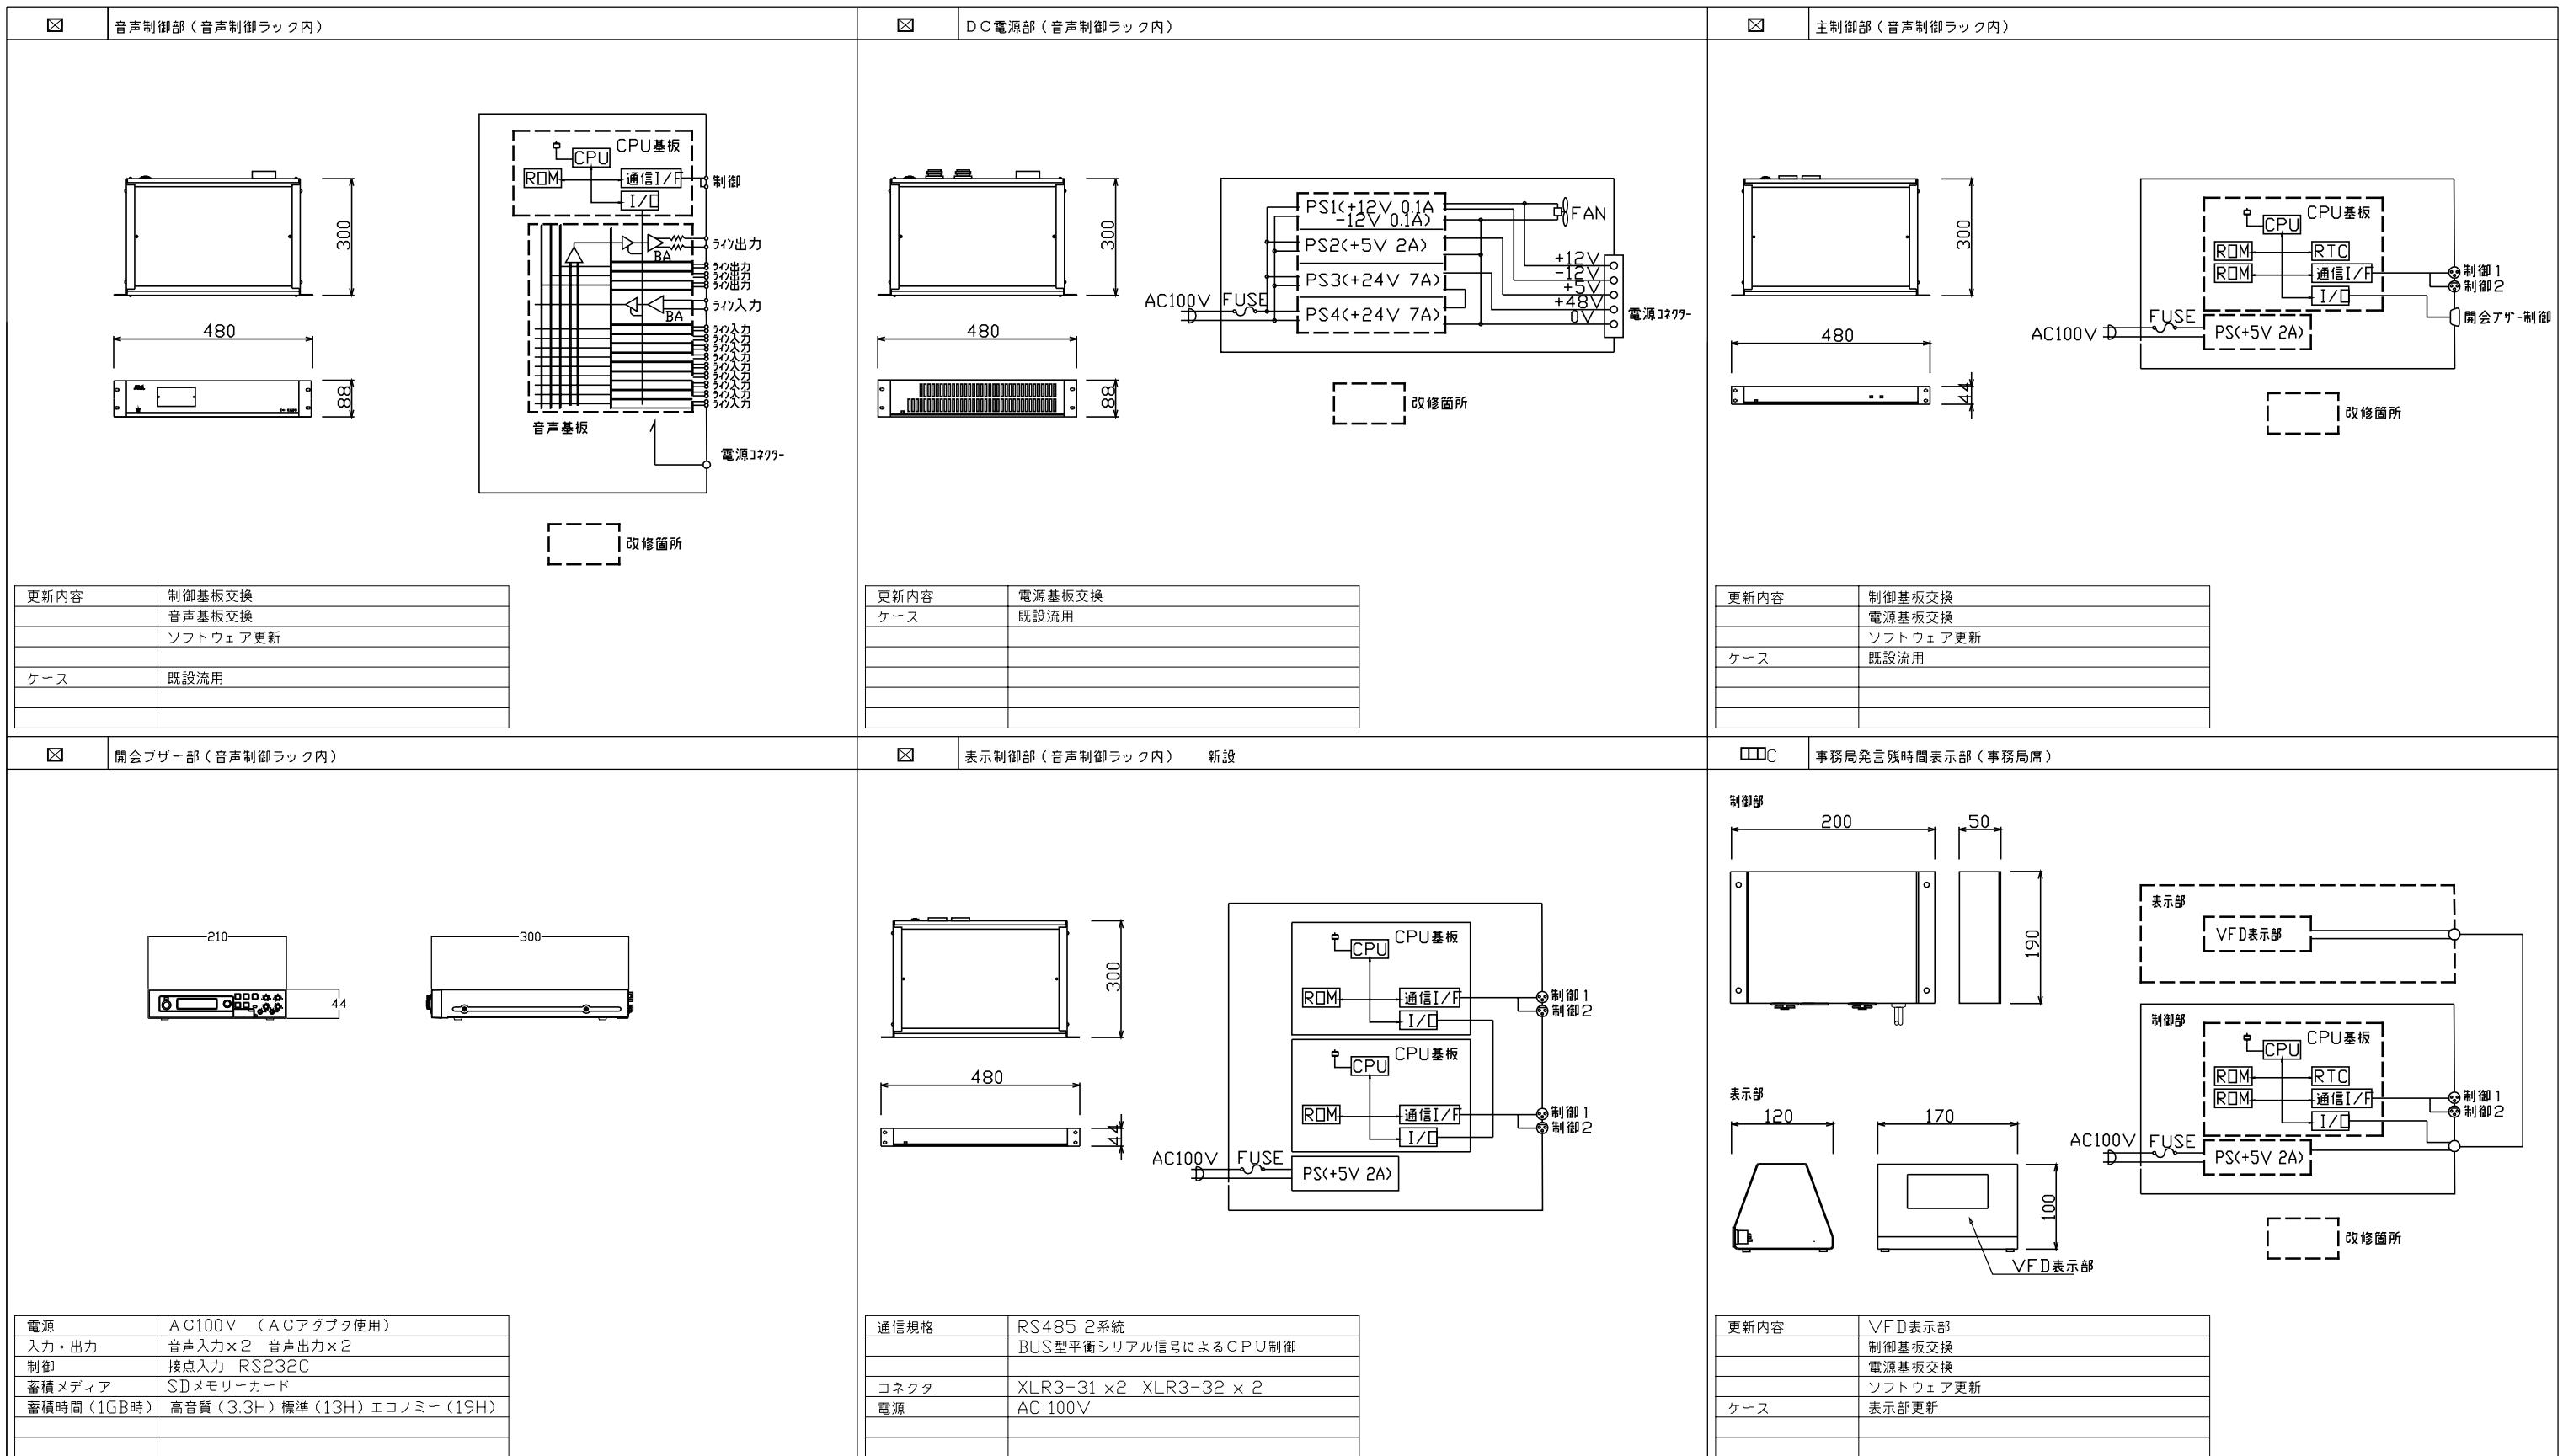

注1) 機器形状及び寸法は参考とする。

津市議会議場音響設備改修その他工事


縮尺

原図 : A3

図面名称

姿図3

平成28年6月

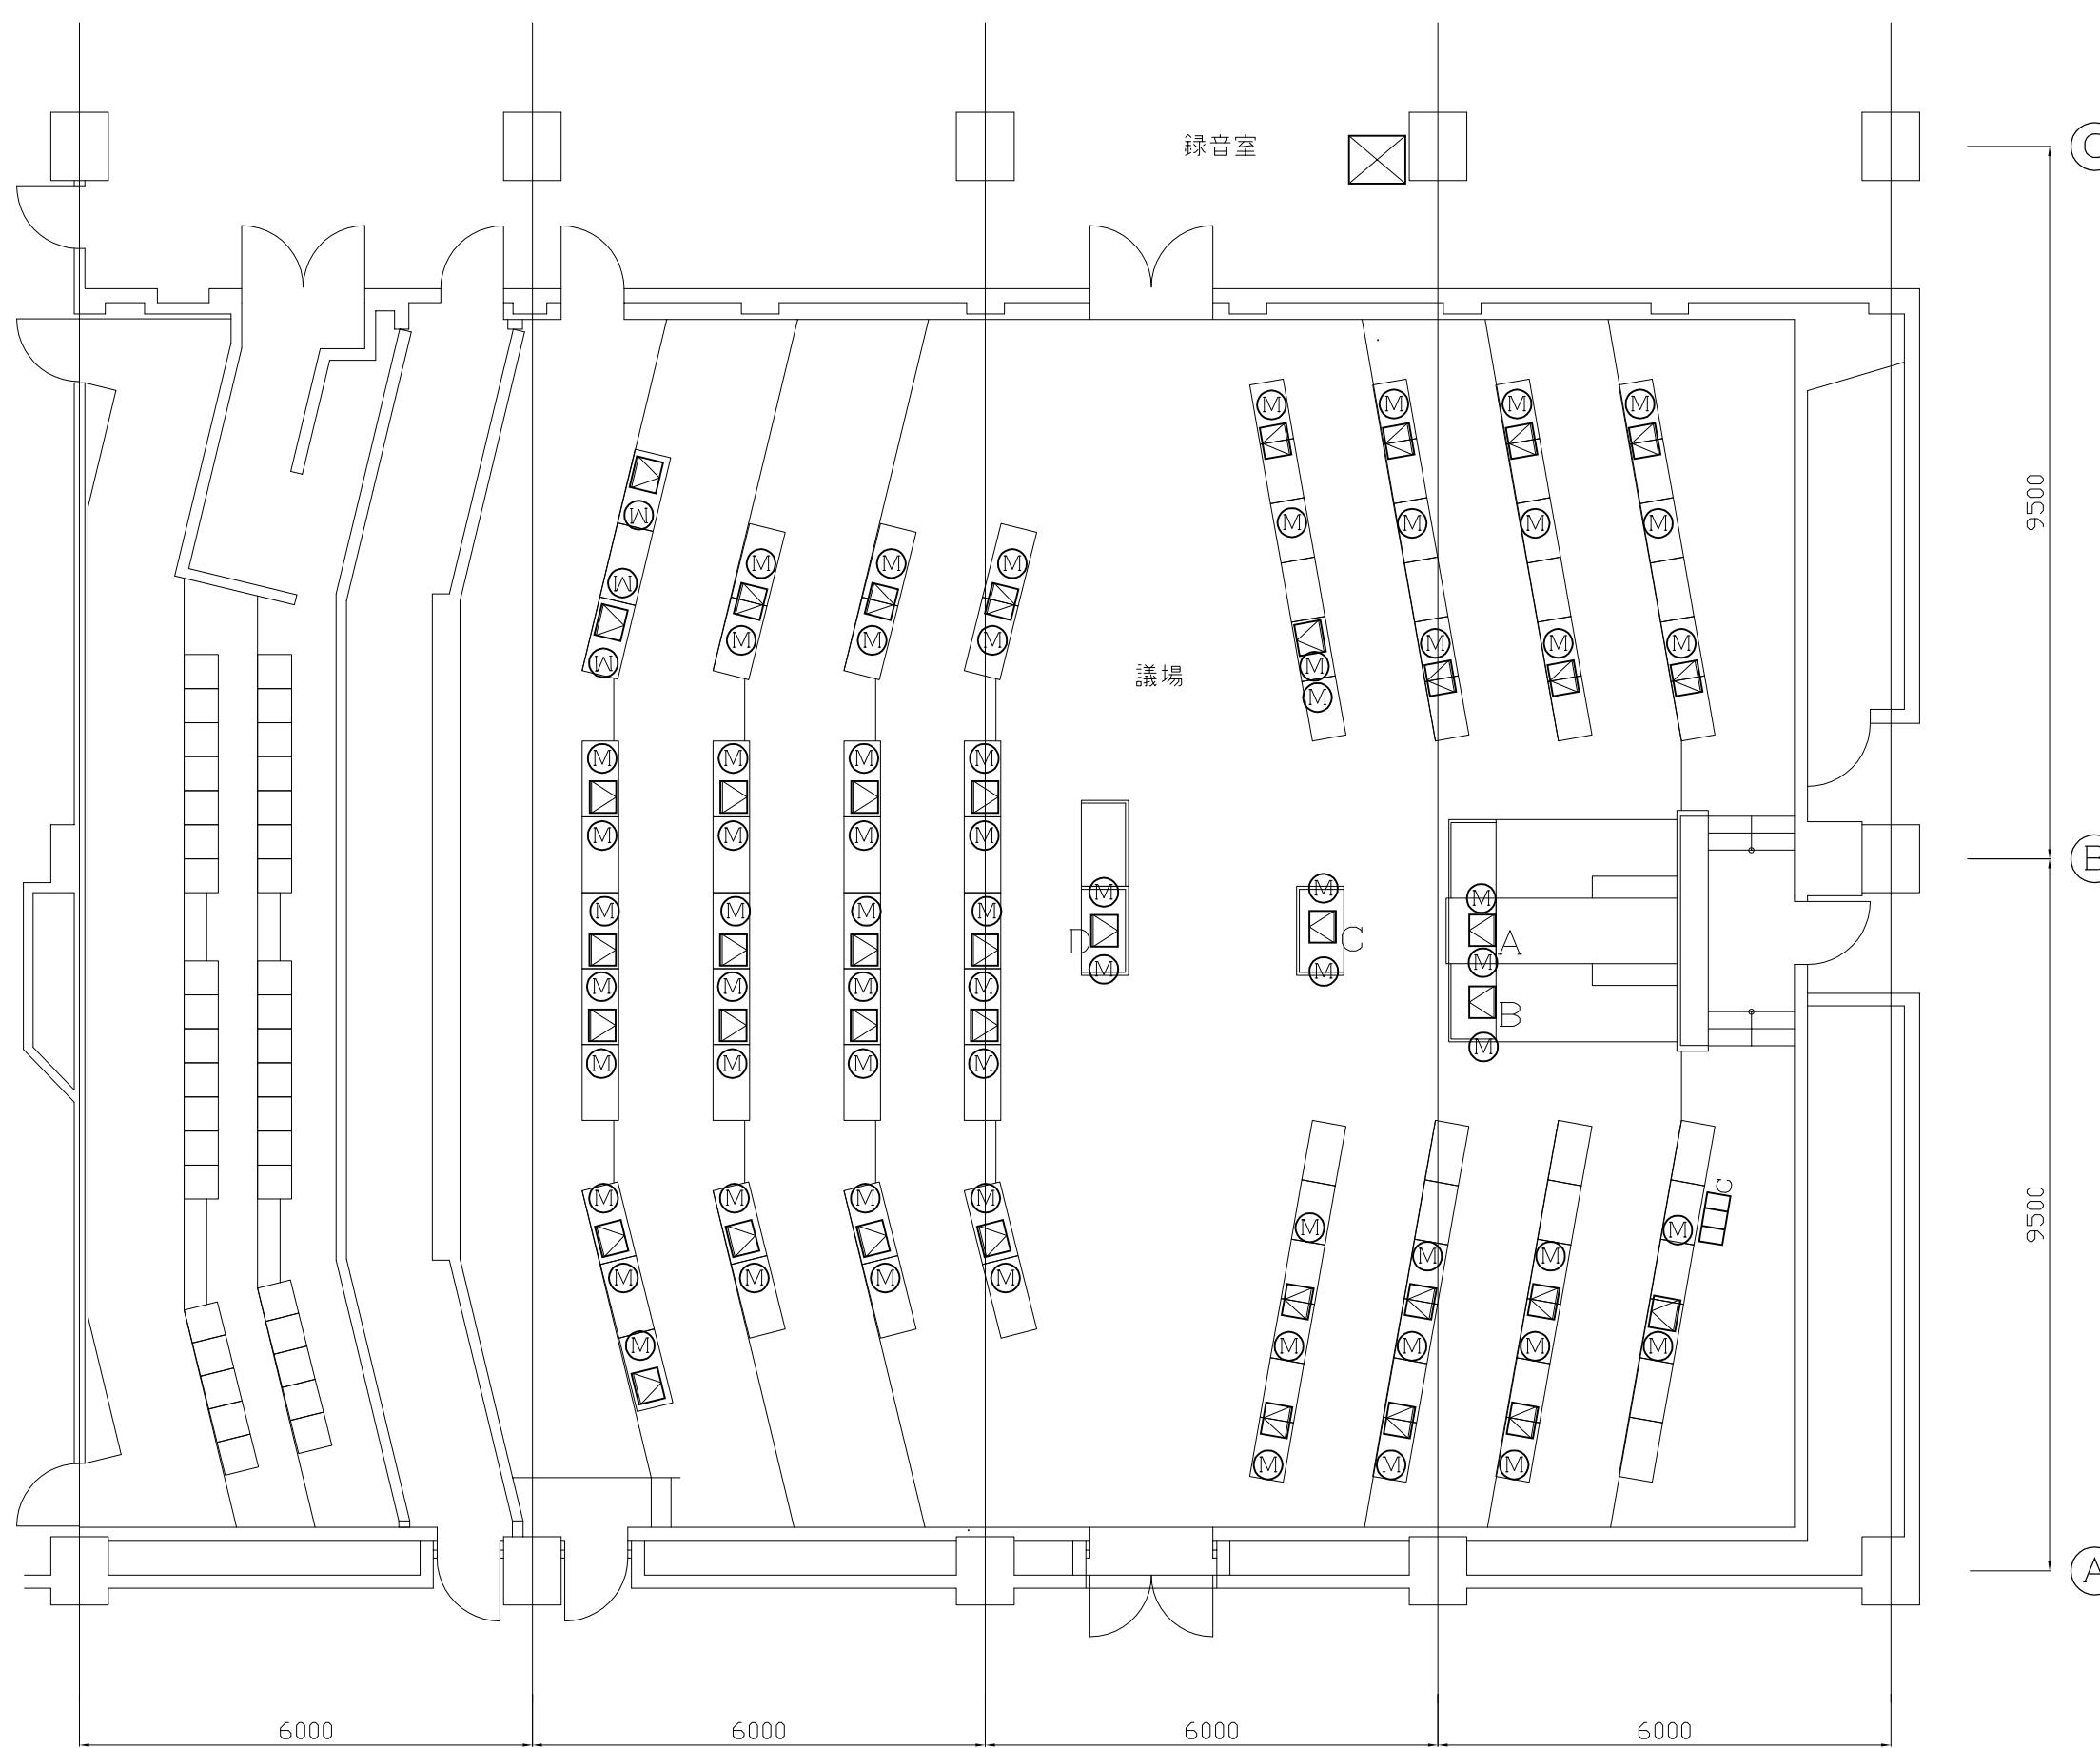

平面図 (1 / 100)

- 凡例
- A 議長マイクユニット更新
 - B 事務局長マイクユニット更新
 - C 演壇マイクユニット更新
 - D 質問席マイクユニット更新
 - E 議員マイクユニット更新
 - F 音声制御ラック更新
 - G 事務局発言残時間表示部更新
 - H ロングフレキシブルマイク更新

津市議会議場音響設備改修その他工事		縮尺 1 / 100
平面図		原図 : A3
平成28年6月		図面名称
津市建設部営繕課		NO. 7 / 8


②

③


④

⑤

⑥

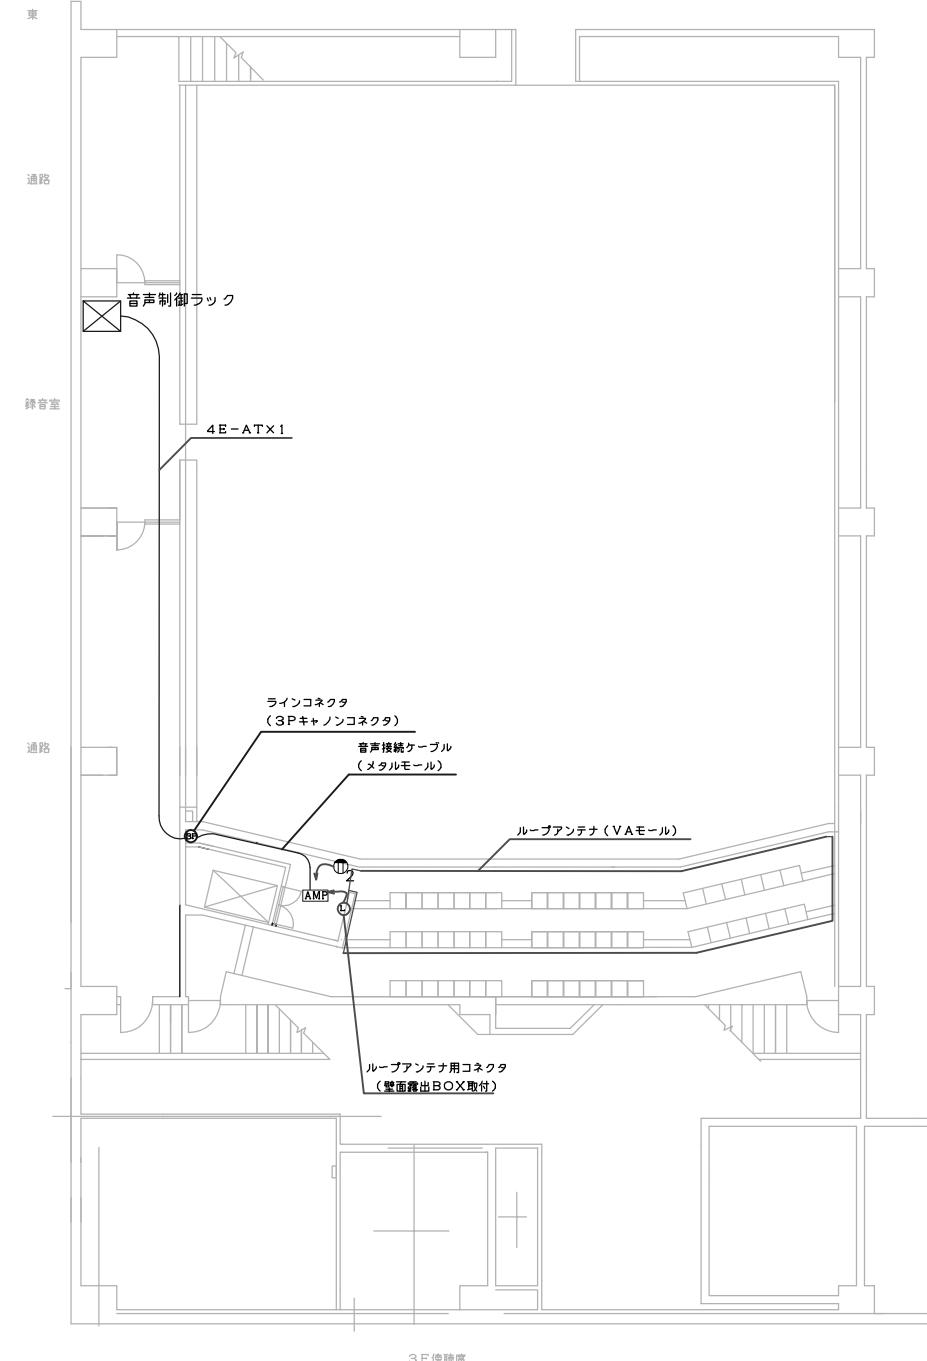

系統図

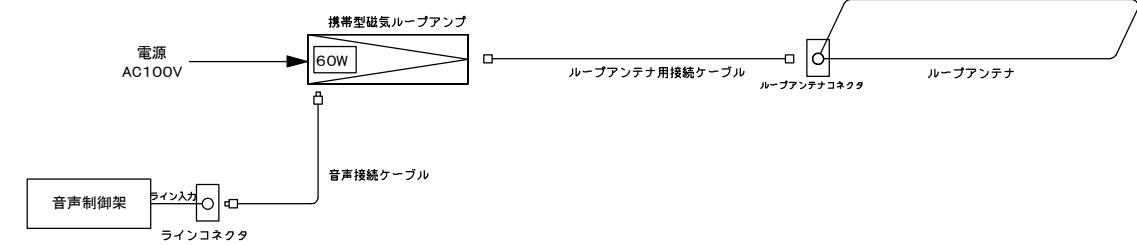

姿図

AMP	携帯型磁気ループアンプ HS-60	ドラム式ループアンテナ20m	付属品	有線マイクロホン	付属品
	定格60W 最大100W 周波数特性 80Hz～10kHz 増益±3dB (定格出力-10dB時) 出力電圧 ループ出力インピーダンス 入力電圧 マイク1: -22dBV、マイク2: -72dBV (600Ω平衡) インピーダンス ライン: -22dBV (100Ω不平衡) 外部出力 -0.4dBV (10Ω不平衡) 使用電源 AC100V 50 / 60Hz 定格消費電力 1.7W 重量 約7kg 外形寸法 1440x191x404 (裏板カバー222 (裏板) mm (WxHxD)) 外装 ケース (アルミニウム製アルミマット仕上げシルバー) 付属品 ドラム式ループアンテナ20m×1、有線マイク×1	ハンドルツマミ ABS樹脂 フッティング SPCC 金具 ABS樹脂 側板 SPCC L エメラルドグリーン フレーム STKM 接地 EVA樹脂 ケーブル S-VCTF0.75-6C コネクター RM1515OPコネクターメスプラグ RM1515OPコネクタースリセプタクル 付属品 XLR型4芯ケーブル (5m)	定格インピーダンス 600Ω 平塗 電圧 56dB ±3dB 周波数特性 70Hz～12kHz 指向性 単一指向性 コード長さ 5m		
	磁気ループ専用受信機 SOR-80				
	調整コイル最大感度 89.5dB (±5dB) 用波数範囲 200～4800Hz イヤホンインピーダンス 16Ω (±20%) イヤホン感度 117dB (±3dB) 音響機器の効果 自己感應方式 H-L 連続可変方式 電池寿命 95240時間 (連続使用) 電池 1.5V 約3乾電池1本 外形寸法 43x72x20mm (WxHxD) 重量 約54g 付属品 約3乾電池、イヤホン、イヤホンコード ジョイント、耳あて (S,M)	コネクタ XLR-4-32F77相当品 外装 ABS樹脂 重量 960g			

配線図 S=1/50

津市議会議場音響設備改修その他工事

縮尺
1/50

図面名称 集団補聴設備系統図、配線図、姿図

原図 : A3

平成28年6月

津市建設部営繕課

NO. 8/8