


# 横断面図

#### \_\_A-A 断 面 図\_

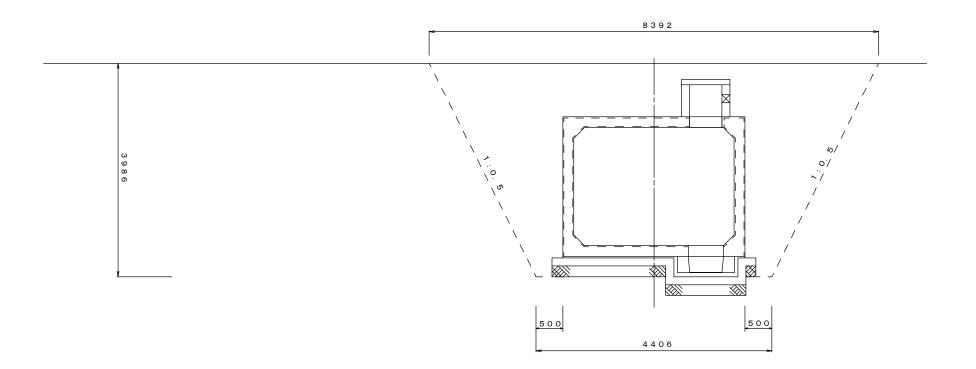

B-B 断 面 図

【参考図】

2/9

平成28年度工務消総第3号 安濃町太田地内耐震性 防火水槽(60m3級)設置工事

図面番号


津市安濃町太田地内

横断面図

1:50

津市水道局工務課


尺

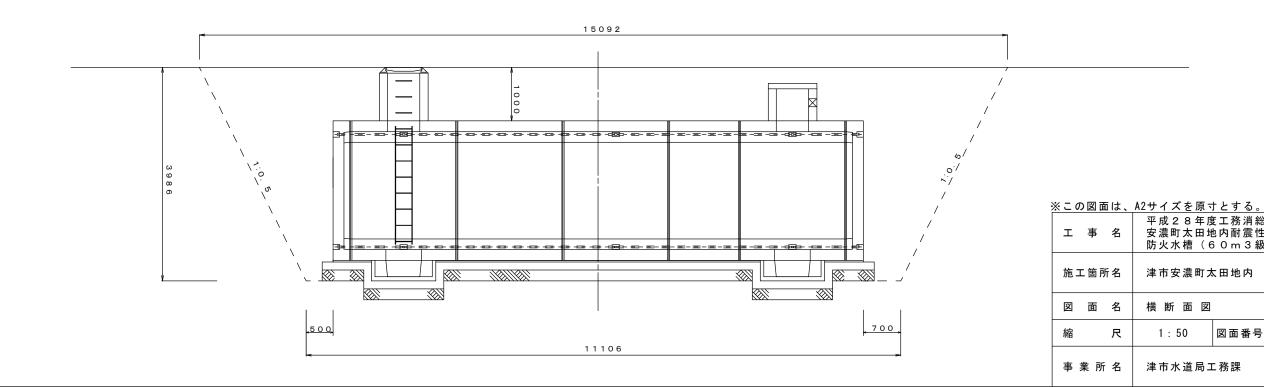

# 二次製品耐震性貯水槽(60m3)構造図(1)


S = 1 : 50

#### 断面図

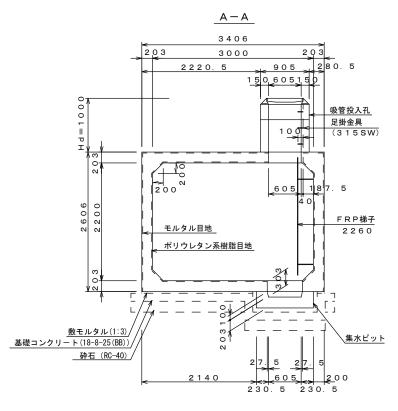


### 集 水 ピ ッ ト S=1/20

#### 断 面 図

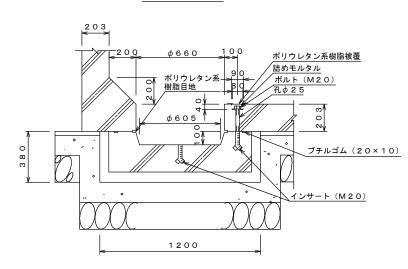

### 平 面 図

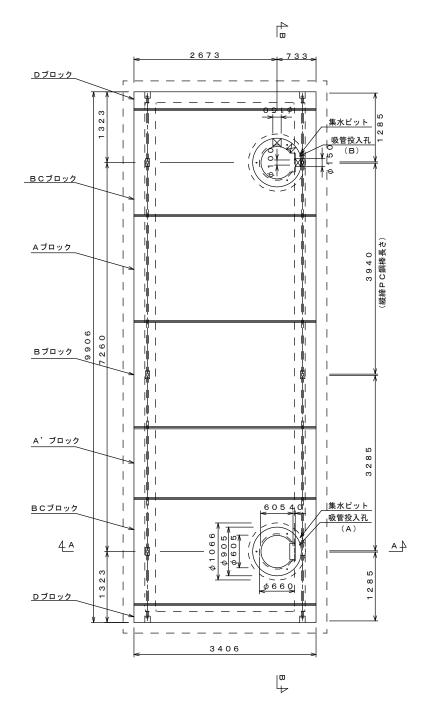

#### 二次製品耐震性貯水槽(60m)

容量	60 m <sup>3</sup>			
荷重	T – 2 0			
土かぶり	H d = 1.0 m			_
主 材料	細目	数	量	備考
A ブロック	3 0 0 0 × 2 2 0 0 × 1 9 8 0	1	個	標準型 参考重量11663kg
, A ブロック	3000×2200×1320	1	個	短尺型 参考重量7775kg
B ブロック	3 0 0 0 × 2 2 0 0 × 1 9 8 0	1	個	切欠付 参考重量11663kg
BC ブロック	3 0 0 0 × 2 2 0 0 × 1 9 8 0	2	個	切欠付人孔型 参考重量11333kg
D ブロック	3000×2200× 333	2	個	背面板 参考重量5288kg
吸管投入孔ブロック	$\phi$ 605, H=590	1	個	足掛有り 2 箇所 参考重量495kg
吸管投入孔ブロック	$\phi$ 605, H=590	1	個	足掛無し 参考重量495kg
吸管投入孔ブロック	φ605, H=290	1	個	足掛有り 1箇所 参考重量243kg
集水ピットブロック	φ 6 6 0, H=100	2	個	参考重量598kg
FRP梯子	L = 2 2 6 0	1	個	
縦締PC鋼棒	SBPR-930∕1080 B種1号 φ17 L=3940	4	本	参考重量7.0kg/本
縦締PC鋼棒	SBPR-930∕1080 B種1号 ф17 L=3285	4	本	参考重量5.8kg/本
縦締PC鋼棒	SBPR-930∕1080 B種1号 ф17 L=1285	8	本	参考重量2.3kg/本
カップラー	φ 1 7 用	1 2	個	縦締用
定着具(中間部)	φ 1 7 用 ナット, ワッシャー, グラウトワッシャー, パッキンゴム	2 4	組	縦締用
定着具(端 部)	φ 1 7 用 ナット,ワッシャー,アンカープレート,パッキンゴム	8	組	縦締用
取付用金具	M20ボルト,ワッシャー	10	組	集水ピット用
鉄蓋及び受枠	φ 6 O O T-25 津市消防本部仕様	1	組	
無収縮モルタル	12.5kg	1	袋	
円形閉塞板	φ905×100	1	個	参考重量161kg
取付用金具	投入孔用ポルトM16 1100 ナット ワッシャー	3	組	吸管投入孔(A)
取付用金具	投入工用ボルトM16 800 ナット ワッシャー	3	組	吸管投入孔(B)


### 【参考図】

#### ※この図面は、A2サイズを原寸とする。


、	パとノーハとかっこうも。
工事名	平成28年度工務消総第3号 安濃町太田地内耐震性 防火水槽(60m3級)設置工事
施工箇所名	津市安濃町太田地内
図 面 名	二次製品耐震性貯水槽(60m3)構造図(1)
縮尺	図 示 図面番号 3/9
事業所名	津市水道局工務課

# 二次製品耐震性貯水槽(60m3)構造図(2)


S = 1 : 50

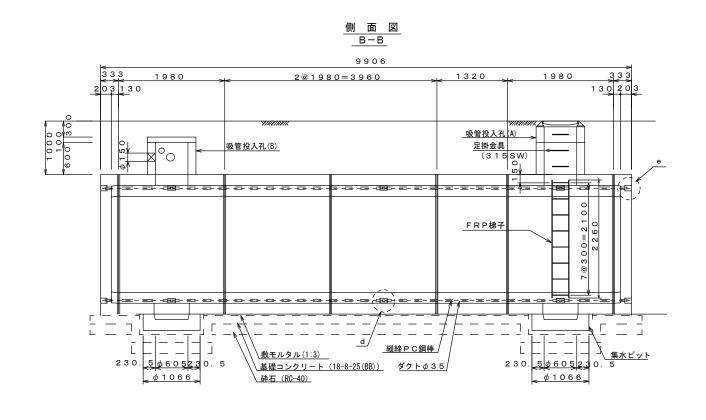



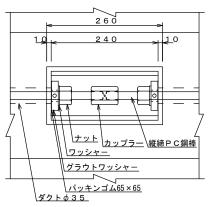


e 部 詳 細 図

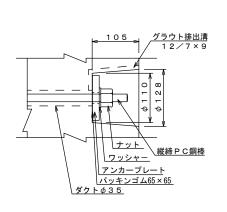


#### 吸 管 投 入 孔 (A) S=1/20 吸 管 投 入 孔 (B) S=1/20




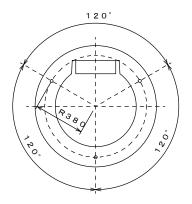


断 面 図

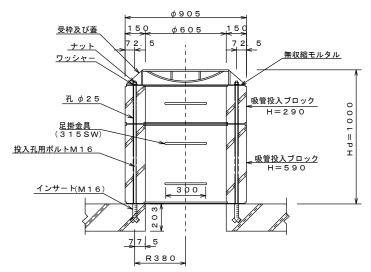

平 面 図

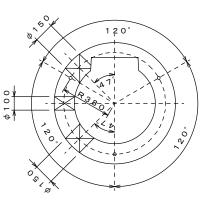



断 面 図

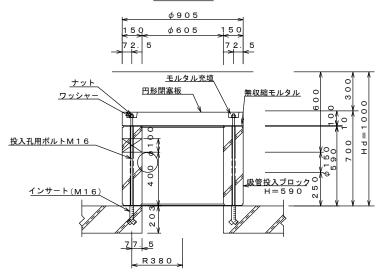

蓋、受枠平面図



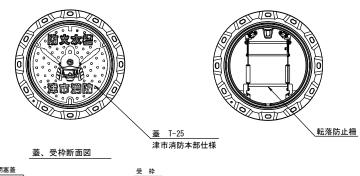

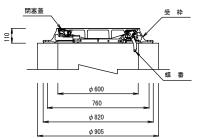


※こ0	) 図 値	は、	A2サ・	イズ	を原っ	けとする。	
Н	事	名	安	農町	太田廿	度工務消総 也内耐震性 6 0 m 3 級	
施二	匚箇月	斤名	津ī	市安	濃町に	太田地内	
図	面	名	= 3	欠製	品耐震	性貯水槽(6	0m3)構造図(2)
縮		尺	[	図	示	図面番号	4 / 9
事	業所	- 名	津ī	市水	道局	∟務課	


【参考図】

# 二次製品耐震性貯水槽(60m3)構造図(3)


S = 1 : 4 0

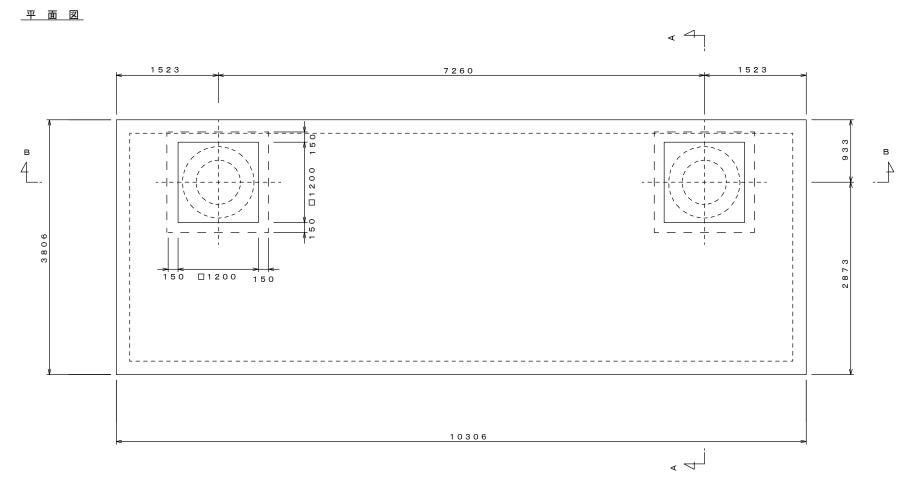

#### B-B 断 面 図

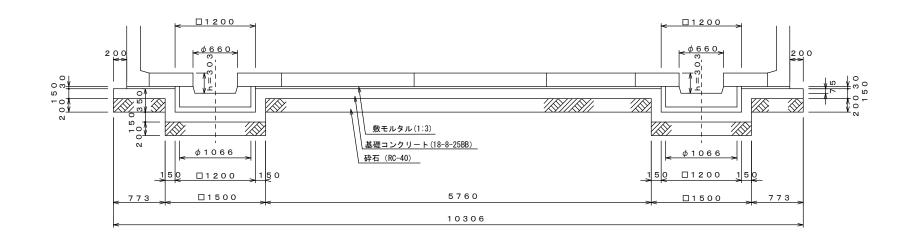

#### A-A 断面図

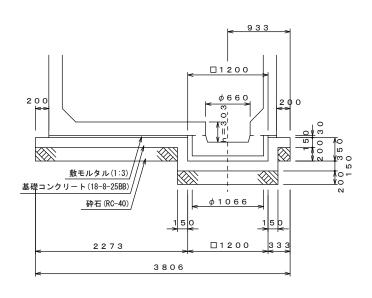

### 耐震性防火水槽基礎数量表

1 式当り

規格	単位	数量	摘要
1:3	m3	0. 9	
18-8-25 (BB)	m3	6. 5	
	m2	7. 6	
RC-40 t=20cm	m2	39. 2	
	1:3 18-8-25 (BB)	1:3 m3 18-8-25 (BB) m3 m2	1:3 m3 0.9 18-8-25 (BB) m3 6.5 m2 7.6

#### 【参考図】

※この図面は、	A2サイズを原寸とする。
工事名	平成28年度工務消総第3号 安濃町太田地内耐震性 防火水槽(60m3級)設置工事
施工箇所名	津市安濃町太田地内
図 面 名	工法図
縮尺	図 示 図面番号 5/9
事業所名	津市水道局工務課


# 防火水槽内配管図

//\\/\\

パイプ固定脚 SUS304 6×65×65 フランジ 100A

, <u>ステンレス製フートバルブ(レバーな</u>し)

S = 1 : 2 0

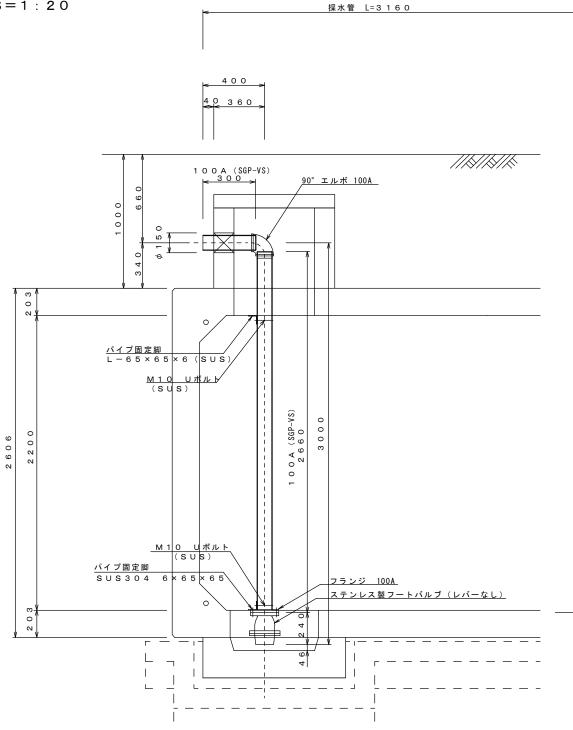

防	火	ж	槽	内	配	管	数	뮲	表	

1 式当り

72 16	規格		数 量			摘要
名 称			採水管		合 計	1 英
消火用硬質塩化ビニル外面被覆鋼管	SGP-VS 100A	m	3.0		3.0	
消火用硬質塩化ビニル外面被覆鋼管	90° エルボ(L) 100A	個	1		1	
ねじ込み式可鍛鋳鉄製管継手	組みフランジ(F) 100A	個	1		1	
ステンレス製フートバルブ(レバーなし)	100用 フランジ型 SCS13	個	1		1	
ステンレスUボルト・ナット	φ100用 M10	組	2		2	
パイプ固定脚	SUS304 6 × 65 × 65	kg	6		6	参考重量 3.0kg/個

パイプ固定脚 L-65×65×6(SUS)


M 1 0 Uボルト/

M10 Uボルト (SUS) FOO

(SUS)

#### 【参考図】


※この図面は、	A2サイズを原、	tとする。	
工事名	平成28年月 安濃町太田均 防火水槽(6	也内耐震性	
施工箇所名	津市安濃町力	田地内	
図 面 名	防火水槽内面	己管図	
縮尺	1 : 20	図面番号	6 / 9
事業所名	津市水道局コ	上務課	

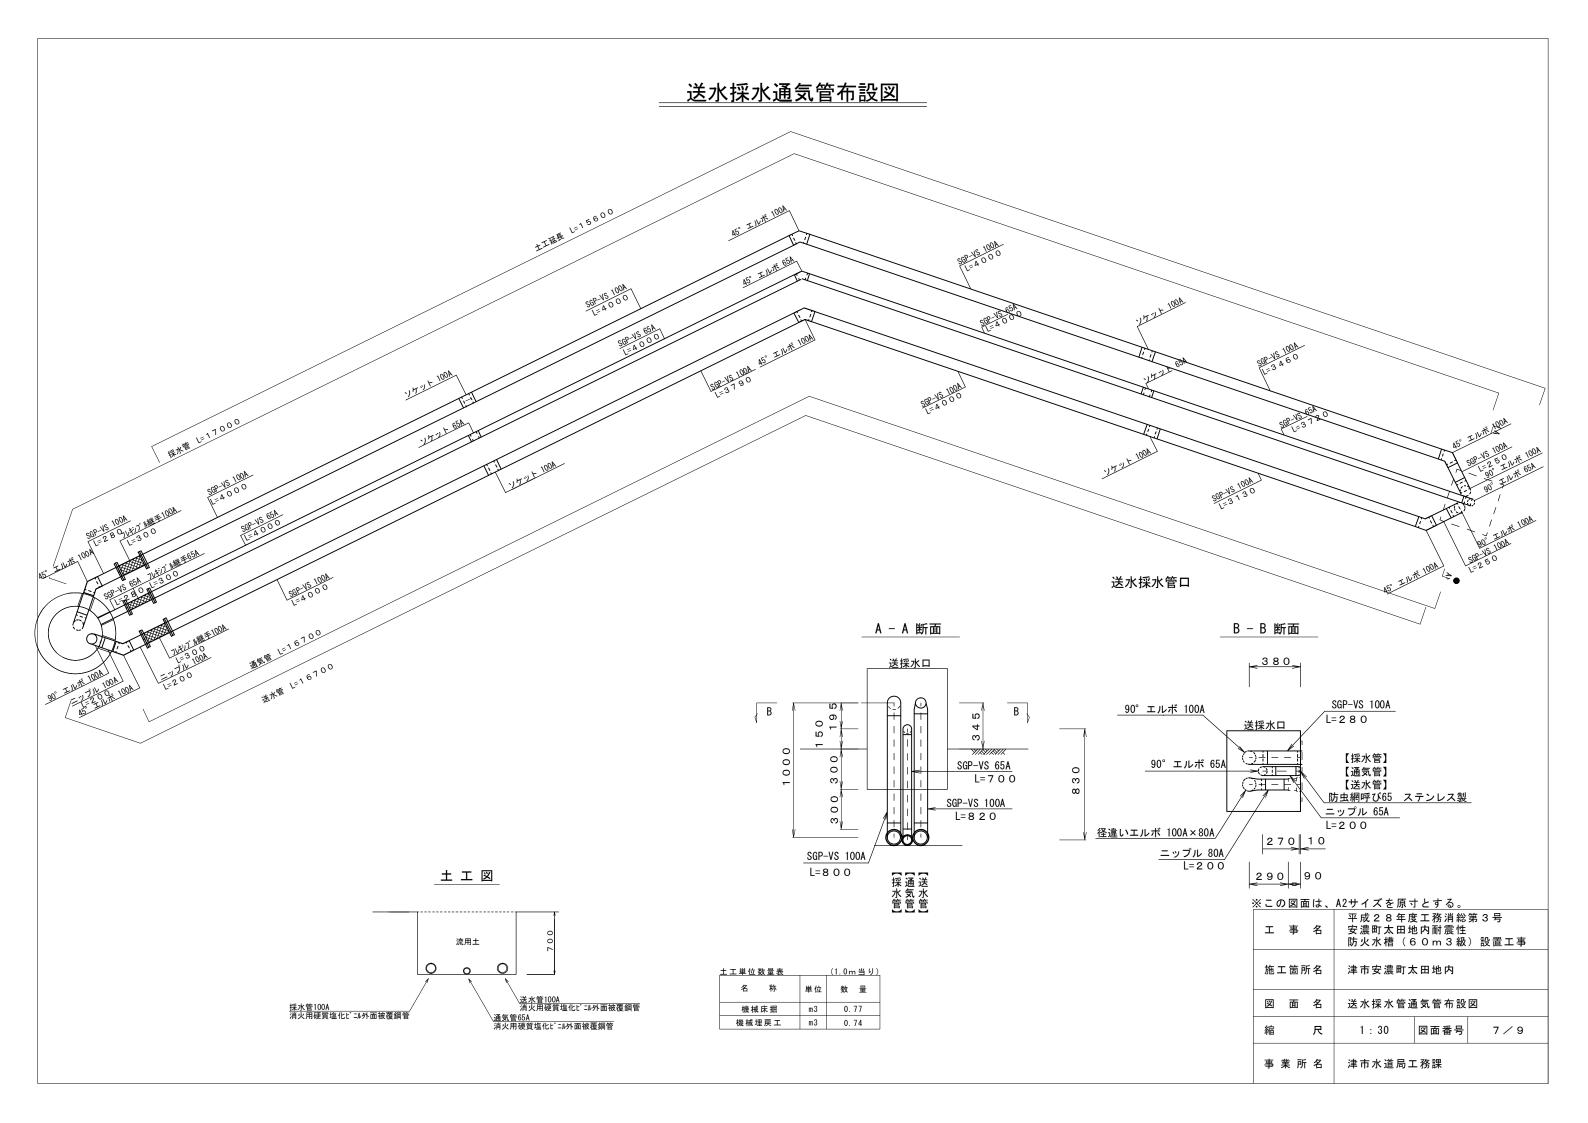

# 工法図

S = 1 : 20


### 防火水槽標識

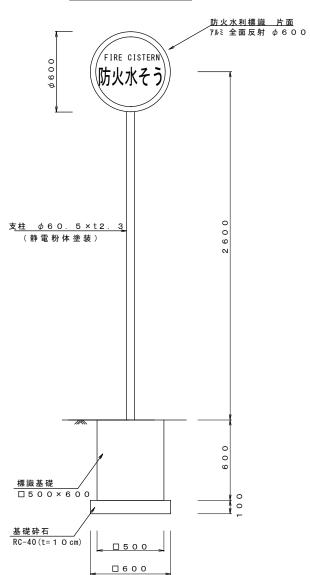

#### 마. J. J. # IF M W F F +

	防火 小 恉 悰 畝 致 里 衣						(10	をヨッ/
	名 称	規	格	単位	数	量	摘	要
	防火水利標識	アルミ全面ノ	豆射 φ 600	枚	10	1		
]	取付金具(片面バンド)	φ 60.5 t	ボルトナット共	組	10	1		
	支柱	φ 60. 5	× t2. 3	本	10		静電粉体	塗 装

### 送水採水管口

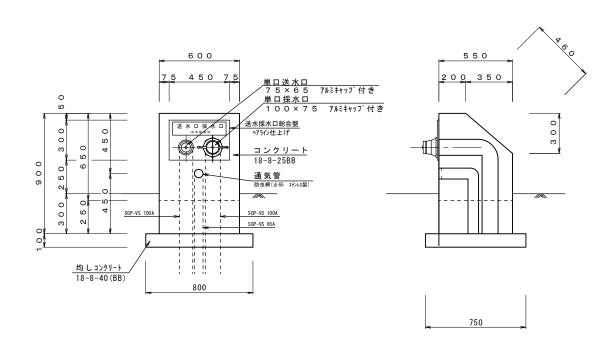

### 送水採水口数量表

(1	0	箇	所	当	IJ	)
					$\neg$	

名 称	規 格	単位	数量	摘要
埋込型送水口採水口	SUS 300 × 450 × 4t	基	10	
コンクリート	18-8-25 (BB)	m3	2. 4	
型枠		m2	19.2	
均しコンクリート	18-8-40 (BB)	m3	0.6	
型枠		m2	3. 1	
塗装	アクリルリシン	m2	14. 7	※同等品以上

#### ※この図面は、A2サイズを原寸とする。

	ハレノーハ とかっこう も。
工 事 名	平成28年度工務消総第3号 安濃町太田地内耐震性 防火水槽(60m3級)設置工事
施工箇所名	津市安濃町太田地内
図 面 名	工法図
縮尺	1:20 図面番号 8/9
事業所名	津市水道局工務課

