


## 平面図


S=1:500

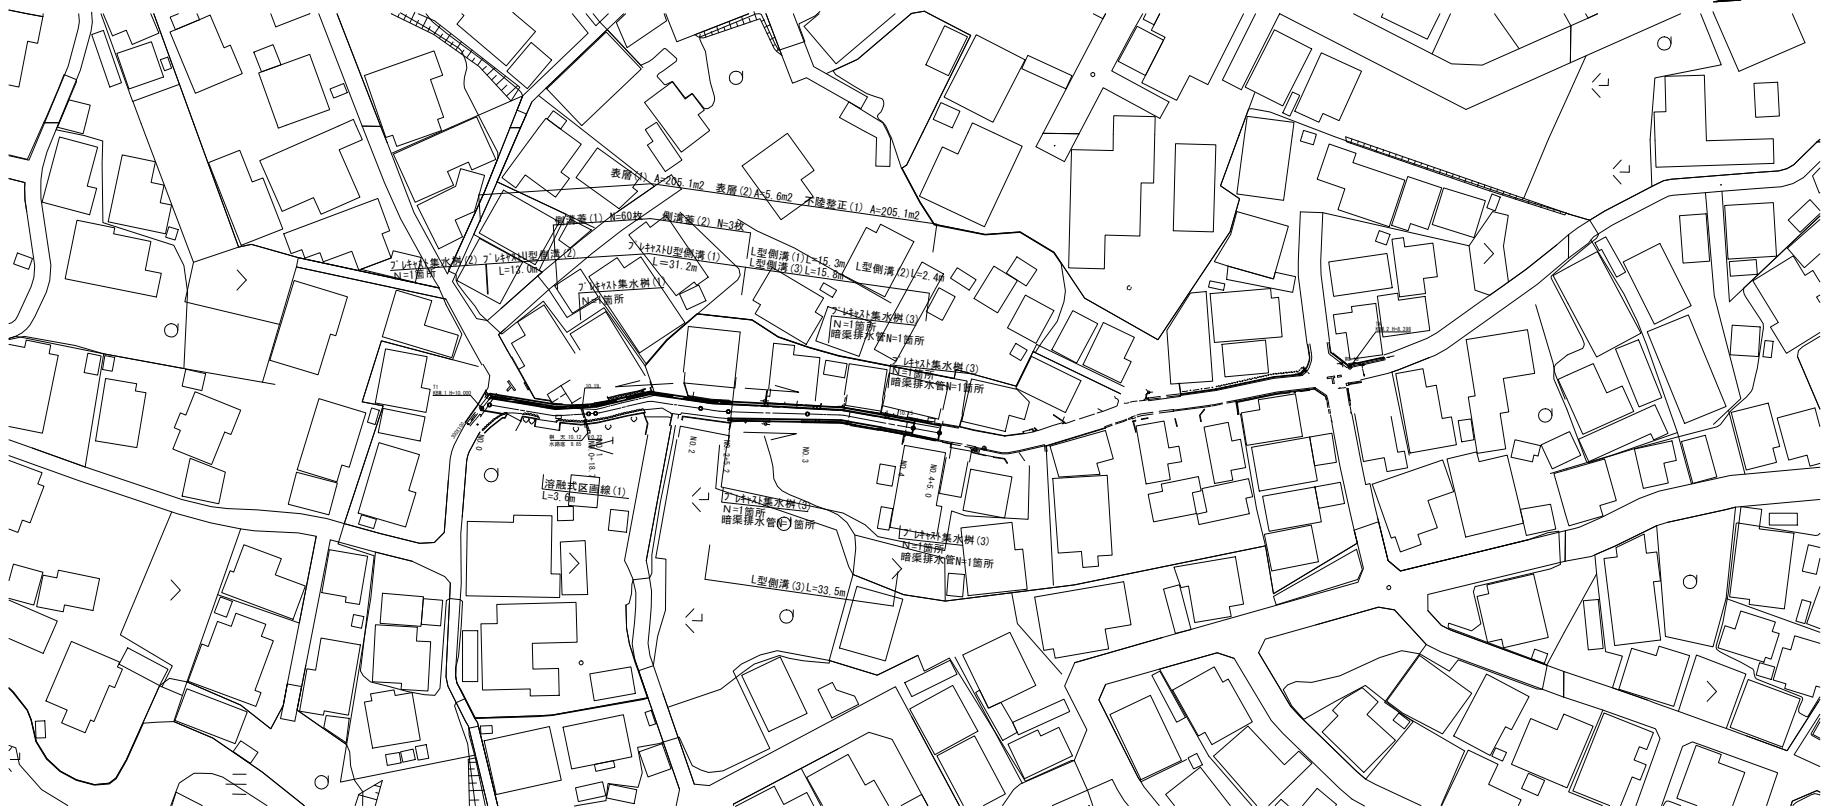

## 標準断面図

S=1:50

No. 3付近

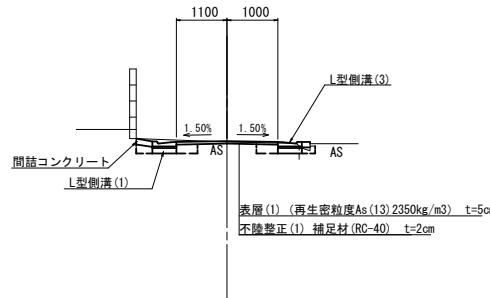

1号工事箇所 (環境整備工事)  
※この図面はA1サイズを原寸とする。


工事名	平成20年度北道線第5号 半田高松2号線ほか2線道路整備工事		
施工箇所名	津市半田地内		
図面の種類	平面図・標準断面図		
縮尺	図示	図面番号	1/12
事務所名	津市建設部北工事事務所		

横断図  
S=1:100

NO. 1

GH:10.26


Fm:10.22

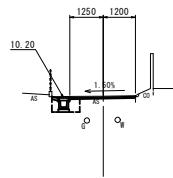

NO. 0+18.700

GH:10.23

Fm:10.21

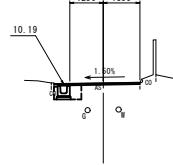


壁 断	m2	0.14
壁面被覆材(1)	m	3.21
シガーバッキンガムセメントL(1)	m2	-
開口部カバー	m2	0.01
表層 (1)	m	2.45
表層 (2)	m	-
道	m	2.45
側 底板(1)	m2	0.90
側 底板(2)	m2	0.31
側 壁板L	m2	-

NO. 3

GH:10.50

Fm:10.49

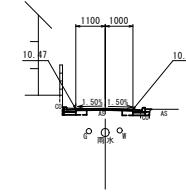

壁 断	m2	0.03
壁面被覆材(1)	m	2.00
シガーバッキンガムセメントL(1)	m2	0.02
開口部カバー	m2	0.01
表層 (1)	m	2.10
表層 (2)	m	-
道	m	2.10
側 底板(1)	m2	0.13
側 底板(2)	m2	0.13
側 壁板L	m2	0.08
側 壁板L	m2	0.08


DL=5.0

DL=5.0

NO. 2+5.2

GH:10.65

Fm:10.67

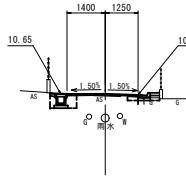

壁 断	m2	0.06
壁面被覆材(1)	m	3.51
シガーバッキンガムセメントL(1)	m2	-
開口部カバー	m2	0.01
表層 (1)	m	2.65
表層 (2)	m	-
側 底板(1)	m	2.65
側 底板(2)	m2	0.50
側 壁板L	m2	0.27

壁 断	m2	0.06
壁面被覆材(1)	m	3.51
シガーバッキンガムセメントL(1)	m2	0.02
開口部カバー	m2	0.03
表層 (1)	m	2.65
表層 (2)	m	-
側 底板(1)	m	2.65
側 底板(2)	m2	0.13
側 壁板L	m2	0.08
側 壁板L	m2	0.08


DL=5.0

DL=5.0

NO. 0

GH:10.03

Fm:10.03

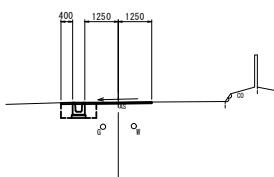


壁 断	m2	-
壁面被覆材(1)	m	3.39
シガーバッキンガムセメントL(1)	m2	-
開口部カバー	m2	-
表層 (1)	m	2.50
表層 (2)	m	0.40
側 底板(1)	m	2.50
側 底板(2)	m2	0.69
側 壁板L	m2	0.44

NO. 2

GH:10.64

Fm:10.64

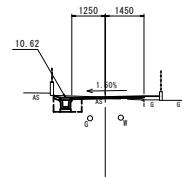

壁 断	m2	0.10
壁面被覆材(1)	m	3.38
シガーバッキンガムセメントL(1)	m2	-
開口部カバー	m2	0.02
表層 (1)	m	2.70
表層 (2)	m	-
側 底板(1)	m	2.70
側 底板(2)	m2	0.55
側 壁板L	m2	0.32

1号工事箇所 (環境整備工事)  
※この図面はA4サイズを原寸とする。

工事名 平成23年度北道修理第5号  
半田島松原2号線ほか2線道路整備工事

施工箇所名 津市半田地内

図面の種類 横断図


縮尺 図示 図面番号 2/12

事務所名 津市建設部北工事事務所

# 横断図

S=1:100

NO.4  
FH=10.25  
FH=10.17

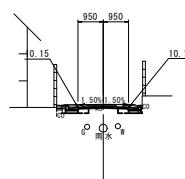

NO.4		
底 断	m2	0.31
舗装層被せ(1)	m	2.83
2.83+構造物物置き(1)	m2	0.02 0.02
構造物2.83+1.90	m2	0.02 0.02
底 断(1)	m	1.90
底 断(2)	m	1.90
不整地修正(1)	m	1.90
側 断取り	m2	0.26 0.21
側 埋め土	m2	0.10 0.08

NO.4		
底 断	m2	-
舗装層被せ(1)	m	2.83
2.83+構造物物置き(1)	m2	- - -
構造物2.83+1	m2	- - -
底 断(1)	m	2.83
底 断(2)	m	2.83
不整地修正(1)	m	2.83
側 断取り	m2	- - -
側 埋め土	m2	- - -

1号工事箇所 (環境整備工事)  
※この図面はA4けいを原寸とする。

工事名 平成28年度北道維護第5号  
半田農松第2号線ほか2線道路整備工事

施工箇所名 津市半田地内


図面の種類 横断

縮尺 図示 図面番号 3/12


事務所名 津市建設部北工事事務所

## 各種構造図


ア' レキヤストU型側溝 (1)  
S-1-20

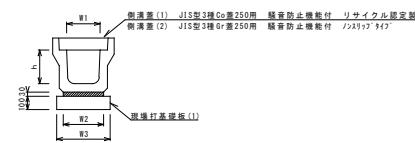

ア' レキヤストU型側溝 (2)  
(横断用) S-1-20

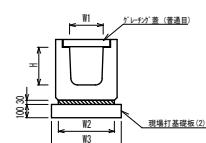

現場打基礎板 (1) (2) (3) (4)  
S-1-20

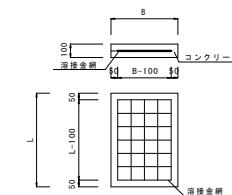

ア' レキヤストU型側溝 (1)

名 称	規 格	単 位	10.0m当り		備考
			(1)	(2)	
ア' レキヤストU型側溝	3種	名 称	250A		
		個	5.00		
数モルタル	1:3	m3	0.09		
現場打基礎板 (1)	枚		5.00		
基面整正		m2	4.00		
h	mm	250			
W1	mm	250			
W2	mm	300			
W3	mm	400			


※グレーティング蓋については、10mに1枚布設すること。

ア' レキヤストU型側溝 (2)


名 称	規 格	単 位	10.0m当り		備考
			(1)	(2)	
ア' レキヤストU型側溝	横断用	名 称	250		
		個	10.00		
数モルタル	1:3	m3	0.11		
現場打基礎板 (2)	枚		5.0		
基面整正		m2	4.60		
H	mm	280			
W1	mm	250			
W2	mm	360			
W3	mm	460			

名 称	規 格	単 位	10.0枚当り				備考
			(1)	(2)	(3)	(4)	
コンクリート	18-8-25 (BB)	m3	0.80	0.92	0.21	0.43	
型 板		m2	3.00	3.09	1.24	1.76	
路盤紙	クラフト紙	m2	8.00	9.20	2.12	3.84	
沿接金網	D6 100×100	m2	5.70	6.84	1.30	3.02	
B		m	0.40	0.46	0.46	0.52	
L		m	2.00	2.06	0.46	0.82	
歩道面積	1枚当り	kg	188	216	49	101	

ア' レキヤスト集水樹 (1) (2)  
S-1-20

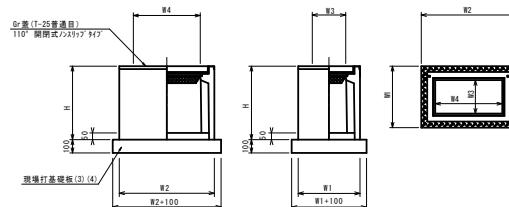

舗装構成図  
S-1-10

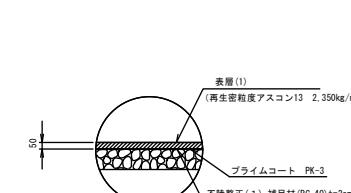


名 称	規 格	単位	数量		摘要
			(1)	(2)	
ア' レキヤスト集水樹		個	10.0	10.0	
インバートコンクリート	18-8-25 (BB)	m <sup>3</sup>	0.03	0.09	PE網 同等品以上
現場打基礎板 (3)	枚		10.00	-	
現場打基礎板 (4)	枚		-	10.00	
基面整正	18-8-25 (BB)	m <sup>2</sup>	3.14	8.70	
タイプ		250A	300×600A		
蓋タイプ (Gr)	T-25 普通目	T-25 普通目			
H	mm	550	600		
W1	mm	460	520		
W2	mm	460	820		
W3	mm	250	300		
W4	mm	250	600		

※"グレーティング"について、車道に使用する場合は110°開閉式を用いること。


1号工事箇所 (環境整備工事)			
※この図面はA144×144を底寸とする。			
工 事 名			平成28年度北道維護第5号 半田高松第2号線ほか2線道路整備工事
施 工 者 名			津市半田地内
図面の種類			各 種 構 造 図
縮 尺			図示
面番号			4/12
事務所名			

## 各種構造図


L型側溝 (1)  
S=1:20

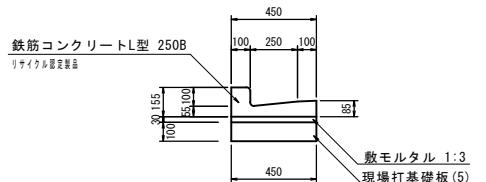


L型側溝 (2)  
S=1:20

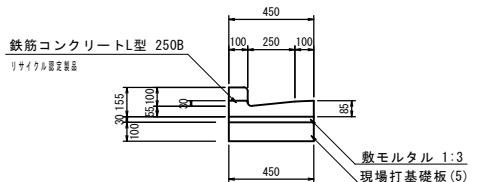

L型側溝 (3)  
S=1:20

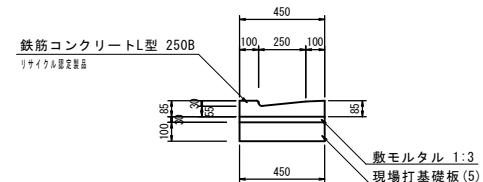

プレキャスト集水樹 (3)  
S=1:20

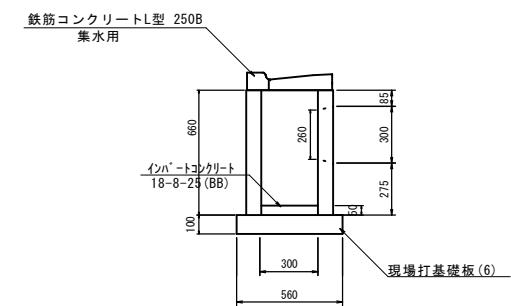

L型側溝 (1)  
10.0m当り

名 称	規 格	単 位	数 量	備 考
L型側溝	250B 標準	本	16.5	リサイクル骨材混入
敷モルタル	1:3	m3	0.14	
現場打基礎板(5)		枚	5.00	
基面整正		m2	4.50	

L型側溝 (2)  
10.0m当り

名 称	規 格	単 位	数 量	備 考
L型側溝	250B 標準	本	16.5	リサイクル骨材混入
敷モルタル	1:3	m3	0.14	
現場打基礎板(5)		枚	5.00	
基面整正		m2	4.50	


L型側溝 (3)  
10.0m当り

名 称	規 格	単 位	数 量	備 考
L型側溝	250B 標準	本	16.5	リサイクル骨材混入
敷モルタル	1:3	m3	0.14	
現場打基礎板(5)		枚	5.00	
基面整正		m2	4.50	

プレキャスト集水樹 (3)  
10箇所当り

名 称	規 格	単 位	数 量	備 考
集水樹	300x300x600	個	10.00	
L型側溝	250B 集水用 標準	本	10.00	リサイクル骨材混入
インバートコンクリート	18-8-25(BB)	m3	0.05	
現場打基礎板(6)		枚	10.0	
基面整正		m2	3.36	



現場打基礎板(5) (6)  
S=1:20

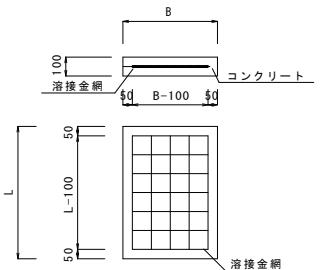

現場打基礎板  
10.0枚当り

名 称	規 格	単 位	(5)	(6)	備 考
コンクリート	18-8-25(BB)	m3	0.90	0.31	
型枠		m2	3.08	1.51	
路盤紙	クラフト紙	m2	9.00	3.14	
溶接金網	D6 100*100	m2	6.65	2.12	
B	m	0.45	0.56		
L	m	2.00	0.56		
参考重量	1枚当り kg		212	73.7	

暗渠排水管  
S=1:20

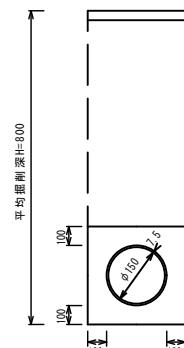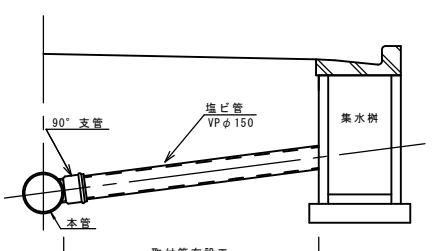

10.0m当り


名 称	規 格	単 位	数 量	備 考
塩化ビニール管	VP	本	2.50	
砂基盤	ケンジョン用砂	m3	1.11	0.11x1m=0.12m
床掘り		m3	2.74	
埋戻し	RC-40	m3	1.41	
基面整正		m2	3.65	

1号工事箇所 (環境整備工事)  
※この図面はA1サイズを原寸とする。

工事名	平成28年度北道維環第5号 半田高松第2号線ほか2線道路整備工事		
施工箇所名	津市半田地内		
図面の種類	各種構造図		
縮尺	図示 図面番号 5/12		
事務所名	津市建設部北工事事務所		

## 平面


S=1:500

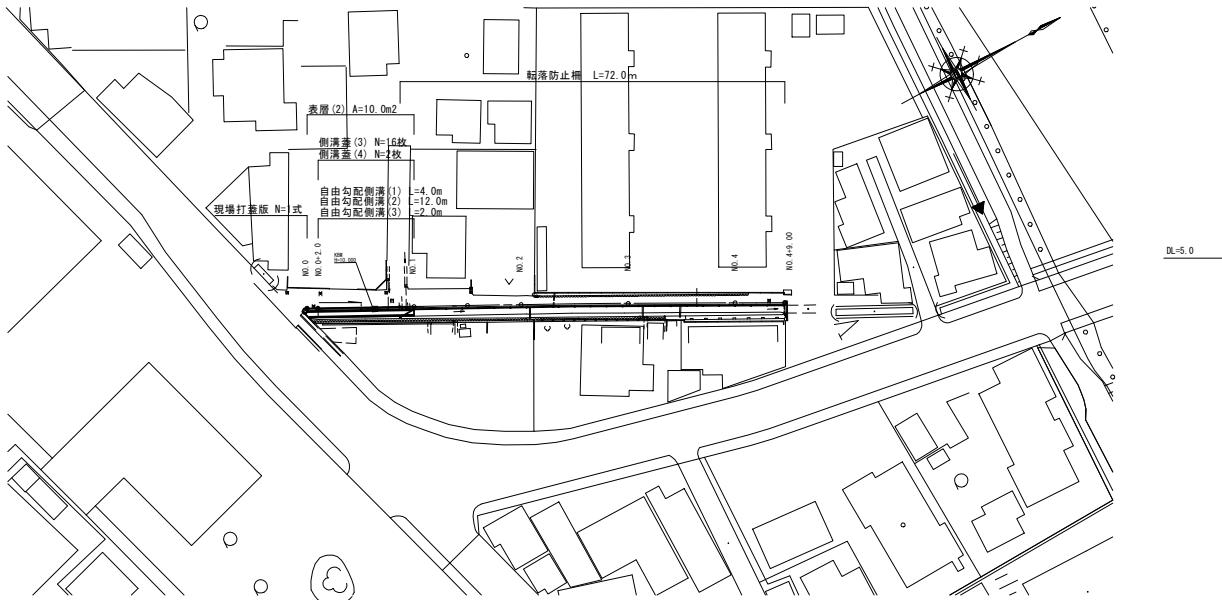

### 標準横断図

S=1 :50

NO. 1付近

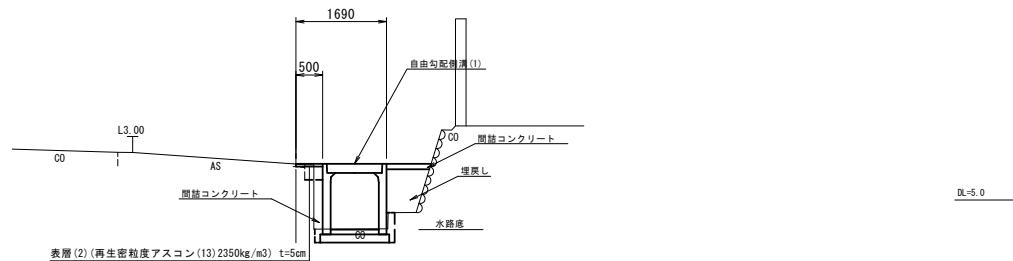


## 横断圖

S=1 : 100

NO. 1 ~ NO. 4+9. 00


1

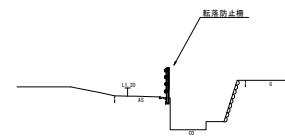

NO.

GH=9.  
EL.2

THE.

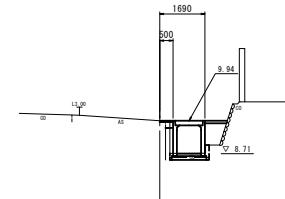

NO.0+2.0-N0.1		
オーバーブレーキ	m2	-
燃耗版破砕(1)	m	0.22
シート・オーバーブレーキ(1)	m2	- 0.29
開放コントロール	m2	- 0.29
表滑(2)	m	0.50
車道		-
路盤		-
不整備修正		-
側溝	m2	- 0.15
溝埋め	m2	- 0.61


オーブン面倒	m2	-
紙袋装封筒(1)	m	0.50
ミニ封筒袋袋封筒(1)	m2	-
開閉コントローラ	m2	1.40
車 表層 (2)	m	0.50
道路		-
道路		-
不燃修正		-
側 床張り	m2	-
内 容積	m3	-

（道路維持工事）  
2号工事箇所 （交通安全施設等整備工事）


工事名	平成28年度北道推進第5号 半田基化第2号線はか2線総路整備工事		
施工箇所名	津市半田地内		
面図の種類	平面図・標準横断図		
縮尺	図示	図面番号	6/12
事務所名	津市建設部北工事事務所		

## 各種構造図


自由勾配側溝(1)(2)(3)  
S=1:20

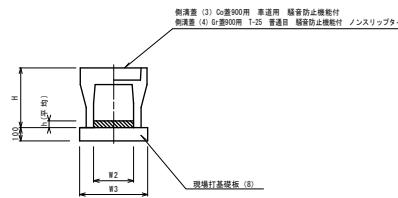

現場打基礎板(8)  
S=1:20

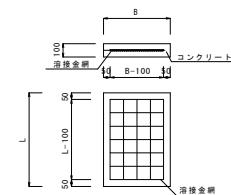

自由勾配側溝展開図  
S=1:100

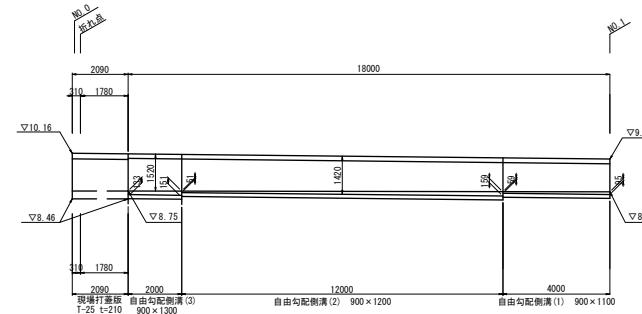


名 称	規 格	単 位	数 量			摘要
			(1)	(2)	(3)	
自由勾配側溝(1)	標準900×1100	個	5.00	—	—	
自由勾配側溝(2)	標準900×1200	個	—	5.00	—	
自由勾配側溝(3)	標準900×1300	個	—	—	5.00	
インバートコンクリート	18-8-25B8	m <sup>3</sup>	0.91	1.99	1.28	
現場打基礎板(8)		枚	5.00	5.00	5.00	
基面整正		m <sup>2</sup>	12.90	12.90	12.90	
H		mm	1320	1420	1520	
h		mm	101	221	142	
W2		mm	900	900	900	
W3		mm	1290	1290	1290	


△レバゲ 基(1箇所/10m)

10.0m 当り			
名 称	規 格	単 位	(3)
コンクリート	18-8-25(B8)	m <sup>3</sup>	2.58
型枠	m <sup>2</sup>		4.34
路盤紙	7571紙	m <sup>2</sup>	25.80
溶接金網	06 100×100	m <sup>2</sup>	22.61
B	m		1.29
L	m		2.00
参考重量	1枚当り	kg	606


転落防止柵  
S=1:20

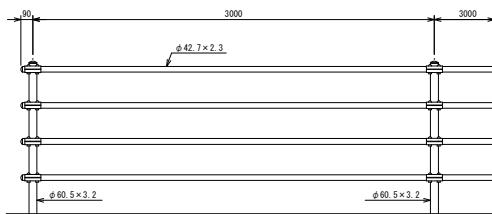

30.0m 当り			
名 称	規 格	単 位	備考
転落防止柵	m	30.00	PE481.0m
コンクリート脚柱	孔	11.00	Φ100(1~6)mm

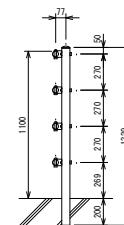

舗装構成図  
S=1:10

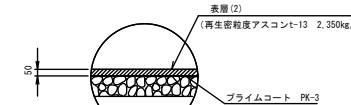

2号工事箇所 (道路維持工事)  
※この図面はA1×A1を原寸とする。

工事名 平成28年度北道維持第5号  
半田高松第2号線ほか2線道路整備工事

施工箇所名 津市半田地内



図面の種類 各種構造図

縮 尺 図 示 図面番号 7/12



事務所名 津市建設部北工事事務所

## 各種構造図


現場打蓋版(No. 0付近)  
溝幅900 T-25

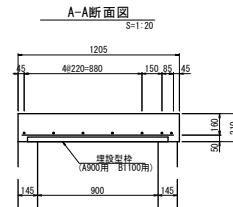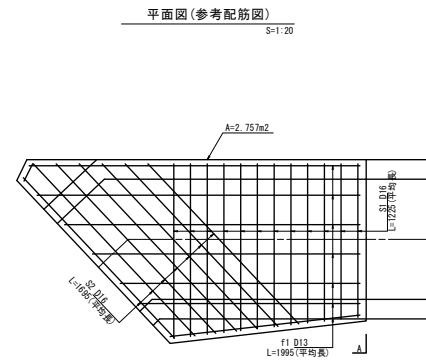

一般型枠形状図  
S=1:20

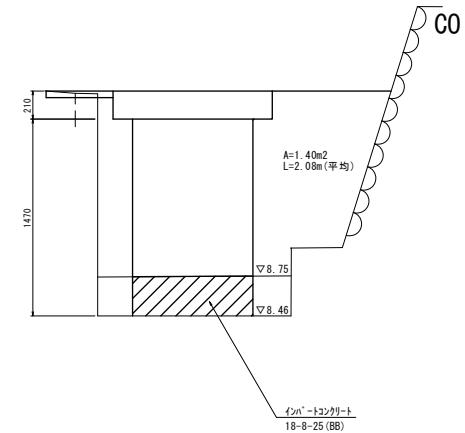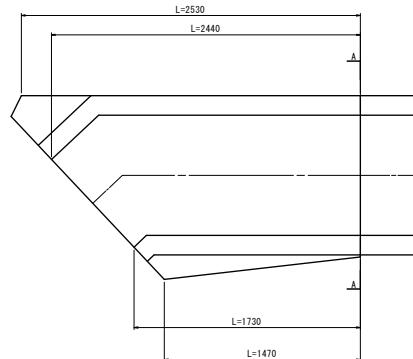

平面図(埋設型枠)  
S=1:20

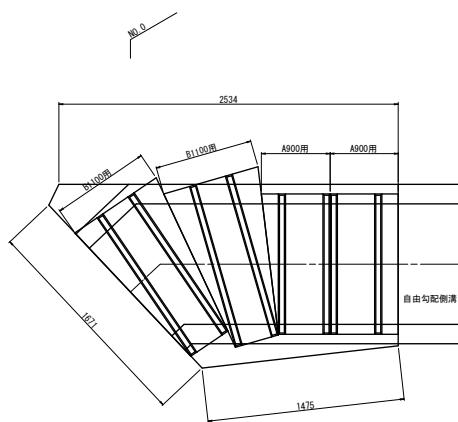

1ヶ所当たり				
種別	摘要	計算式	数量	単位
コンクリート	$\sigma_{ck}=240/\text{mm}^2$	$2.757 \times 0.210$	0.58	m <sup>3</sup>
型枠		$(2.53+1.47) \times 0.21 + (2.44+1.73) \times 1.47 + 1.40 \times 2$	9.77	m <sup>2</sup>
シハ' - トコンクリート	18-8-25 (BB)	$0.90 \times 2.08 \times 0.29$	0.58	m <sup>3</sup>
鉄筋 (SD345)	S1-D16	$1.225 \times 12 \times 1.560$	22.93	kg
	S1-D16	$1.695 \times 7 \times 1.560$	18.51	kg
	f1-D13	$1.995 \times 7 \times 0.995$	13.90	kg
埋設型枠	A900用		2.00	枚
JIS フォーム脚部上 埋設型枠設置	B1100用		2.76	m <sup>2</sup>


※埋設型枠は使用枚数です。

(道路維持工事)  
2号工事箇所 (交通安全施設等整備工事)  
※この図面はA1サイズを原寸とする。

工事名	平成28年度北道維護第5号 半田高松第2号線ほか2線道路整備工事	
施工箇所名	津市半田地内	
図面の種類	各種構造図	
縮尺	図示	図面番号 8/12
事務所名	津市建設部北工事事務所	

## 平面図


S=1:500

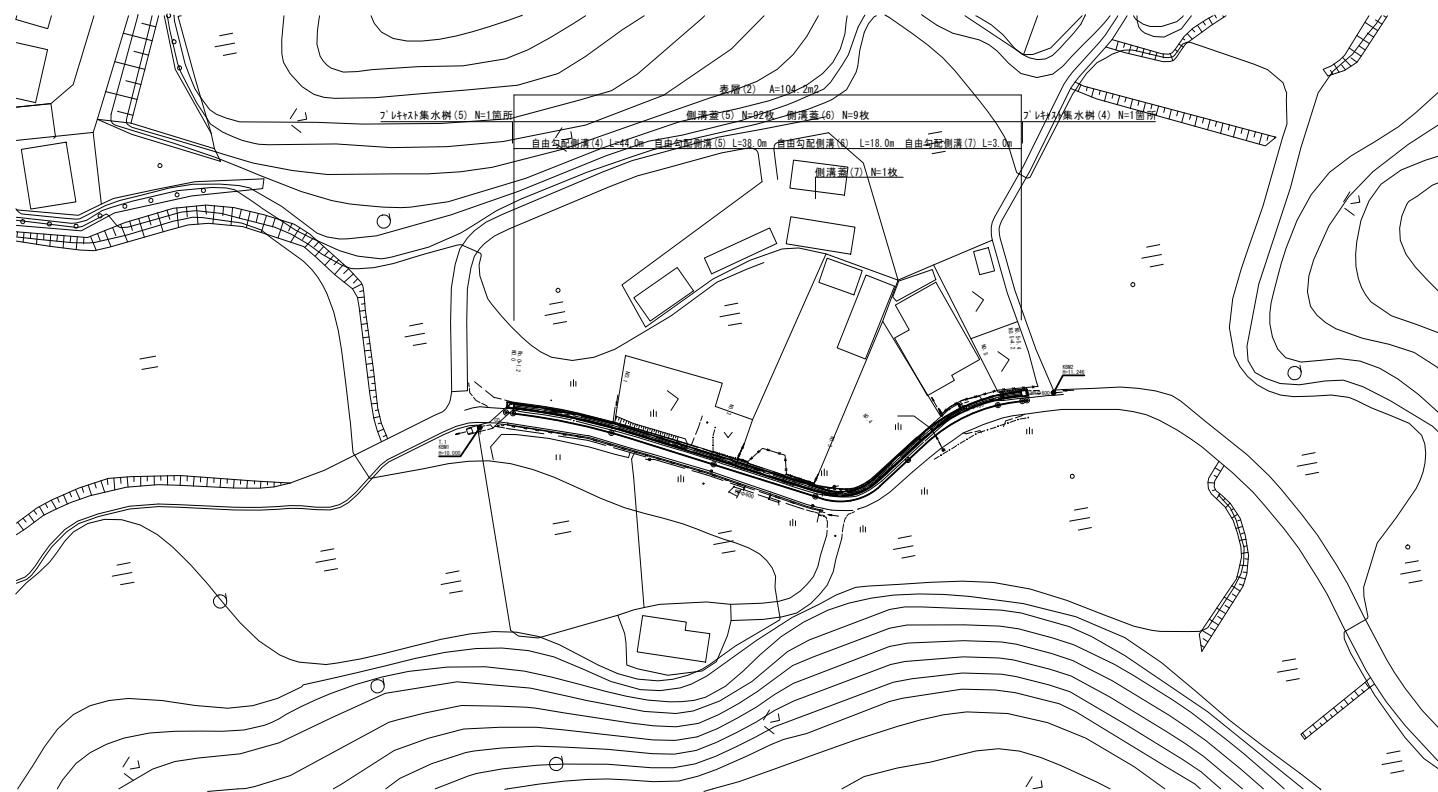

## 標準横断図

S=1:50

NO. 4付近

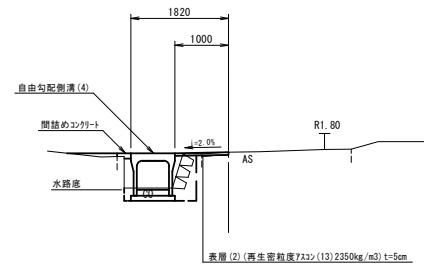

3号工事箇所 (道路維持工事)  
※この図面はA1「A1」を原寸とする。

工事名 平成28年度北道維護第5号  
半田高松第2号線ほか2線道路整備工事

施工箇所名 津市半田地内

図面の種類 平面図・標準横断図

縮尺 図示 図面番号 9/12

事務所名 津市建設部北工事事務所


# 横断図

S=1:100

NO. 2

GH=10.41

FH=10.41

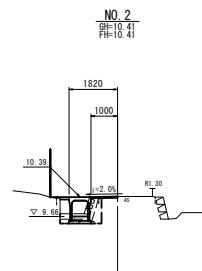


No. 2		m <sup>2</sup>	-
舗装総面積(1)	m	0.70	-
ンケル構造物面積(2)	m <sup>2</sup>	0.49	-
開拓コット	m <sup>2</sup>	0.04	-
差	差	1.00	-
差	差	-	-
差	差	-	-
側	側	0.40	-
側	側	0.74	-

NO. 5

GH=11.31

FH=11.31

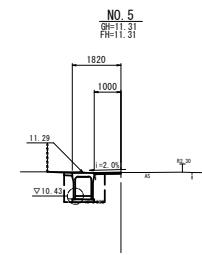


No. 4+14.0-No. 5		m <sup>2</sup>	-
舗装総面積(1)	m	0.85	-
ンケル構造物面積(2)	m <sup>2</sup>	0.11	-
開拓コット	m <sup>2</sup>	0.03	-
差	差	1.00	-
差	差	-	-
差	差	-	-
側	側	1.40	-
側	側	0.79	-

NO. 1

GH=10.19

FH=10.19

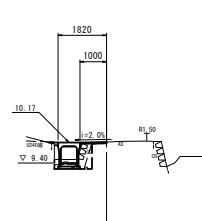


No. 0+1.2		m <sup>2</sup>	-
舗装総面積(1)	m	0.95	-
ンケル構造物面積(2)	m <sup>2</sup>	0.53	-
開拓コット	m <sup>2</sup>	0.02	-
差	差	1.00	-
差	差	-	-
差	差	-	-
側	側	0.25	-
側	側	0.61	-

NO. 4

GH=10.86

FH=10.86

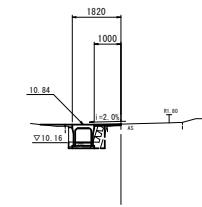


No. 4+14.0		m <sup>2</sup>	-
舗装総面積(1)	m	0.50	-
ンケル構造物面積(2)	m <sup>2</sup>	0.46	-
開拓コット	m <sup>2</sup>	0.02	-
差	差	1.00	-
差	差	-	-
差	差	-	-
側	側	0.69	-
側	側	0.50	-

NO. 0

GH=10.10

FH=10.10

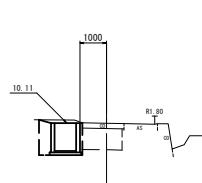


No. 0+1.2		m <sup>2</sup>	-
舗装総面積(1)	m	0.60	-
ンケル構造物面積(2)	m <sup>2</sup>	0.48	-
開拓コット	m <sup>2</sup>	0.03	-
差	差	1.00	-
差	差	-	-
差	差	-	-
側	側	0.19	-
側	側	0.57	-

NO. 3

GH=10.63

FH=10.63

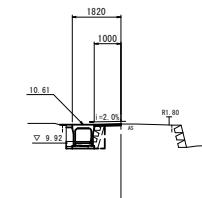

No. 3		m <sup>2</sup>	-
舗装総面積(1)	m	0.60	-
ンケル構造物面積(2)	m <sup>2</sup>	0.48	-
開拓コット	m <sup>2</sup>	0.03	-
差	差	1.00	-
差	差	-	-
差	差	-	-
側	側	0.19	-
側	側	0.57	-

3号工事箇所 (道路維持工事)  
※この図面はA1941を原寸とする。

工事名 平成28年度北道維持第5号  
半田高松第2号線ほか2級道路整備工事

施工箇所名 津市半田地内

図面の種類 横断図

縮尺 図示 図面番号 10/12

事務所名 津市建設部北工事事務所

DL=5.0

DL=5.0

# 横断図

S=1:100

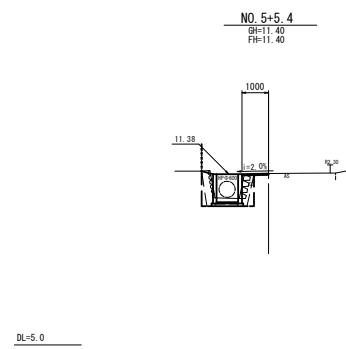

NO.5-


オーブン断面	m <sup>2</sup>	-
舗装表面積(1)	m	0.32
オーブン断面積(1)	m <sup>2</sup>	1.00
舗装(2)	m	-
オーブン断面積(2)	m <sup>2</sup>	1.00
舗装(3)	m	-
オーブン断面積(3)	m <sup>2</sup>	1.00
舗装(4)	m	-
オーブン断面積(4)	m <sup>2</sup>	1.00
舗装(5)	m	-
オーブン断面積(5)	m <sup>2</sup>	1.00
舗装(6)	m	-
オーブン断面積(6)	m <sup>2</sup>	1.00

3号工事箇所 (道路維持工事)  
※この図面はA1サイズを原寸とする。


工事名	平成28年度北道維護第5号 半田高松第2号線ほか2線道路整備工事	
施工箇所名	津市半田地内	
図面の種類	横断図	
縮尺	図示	図面番号 11/12
事務所名	津市建設部北工事事務所	

## 各種構造図


自由勾配側溝(4)～(7)  
S=1:20

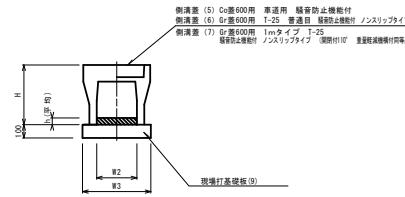

フ'レキシット集水樹(4)(5)  
S=1:20

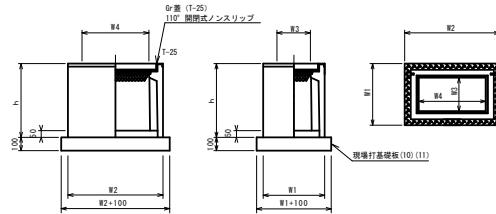

現場打基礎板(9)(10)(11)  
S=1:20

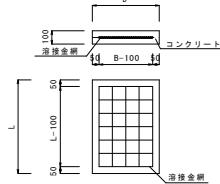

名称	規格	単位	数量				摘要
			(4)	(5)	(6)	(7)	
自由勾配側溝(4)	標準600×600	個	5.00	—	—	—	
自由勾配側溝(5)	標準600×700	個	—	5.00	—	—	
自由勾配側溝(6)	標準600×800	個	—	—	5.00	—	
自由勾配側溝(7)	標準600×900	個	—	—	—	5.00	
インバートコンクリート	18-8-25BB	m <sup>3</sup>	0.82	0.74	0.77	0.87	
現場打基礎板(9)		枚	5.00	5.00	5.00	5.00	
同上型枠		m <sup>2</sup>	2.00	2.00	2.00	2.00	
基面整正		m <sup>2</sup>	8.50	8.50	8.50	8.50	
H	mm	790	890	990	1090		
h	mm	137	123	128	145		
W2	mm	600	600	600	600		
W3	mm	850	850	850	850		

△レーザー 蓋(1箇所/10m)


名称	規格	単位	数量		摘要
			(4)	(5)	
フ'レキシット集水樹(4)		個	10.00	—	AS樹同等品以上
フ'レキシット集水樹(5)		個	—	10.00	AS樹同等品以上 ステップ付(2本)
インバートコンクリート	18-8-25BB	m <sup>2</sup>	0.32	0.40	t=50
現場打基礎板(10)		枚	10.00		
現場打基礎板(11)		枚	10.00		
同上型枠		m <sup>2</sup>	4.72	5.16	
基面整正		m <sup>2</sup>	13.92	16.52	
タイプ			89×89×100	89×100×100	
蓋タイプ(6r)	T-25 普通目				
蓋タイプ(6r)	T-25 普通目 側溝蓋用				
h	mm	1100	1100		
W1	mm	1080	1080		
W2	mm	1080	1300		
W3	mm	800	800		
W3	mm	800	1000		

※グ'レーディングについて、車道に使用する場合は110°開閉式を用いること。

名 称	規 格	単 位	10枚当り		
			(9)	(10)	(11)
コントロール	18-8-25(BB)	m <sup>2</sup>	1.70	1.39	1.65
型 枠	m <sup>2</sup>	3.68	3.19	3.45	
路盤紙	573×紙	m <sup>2</sup>	17.00	13.92	16.52
溶接金網	D6 100×100	m	14.25	11.66	14.04
B	m	0.85	1.18	1.18	
L	m	2.00	1.18	1.40	
参考重量	1枚 当り	kg	400	327	388


自由勾配側溝展開図

V=1: 50  
H=1:200

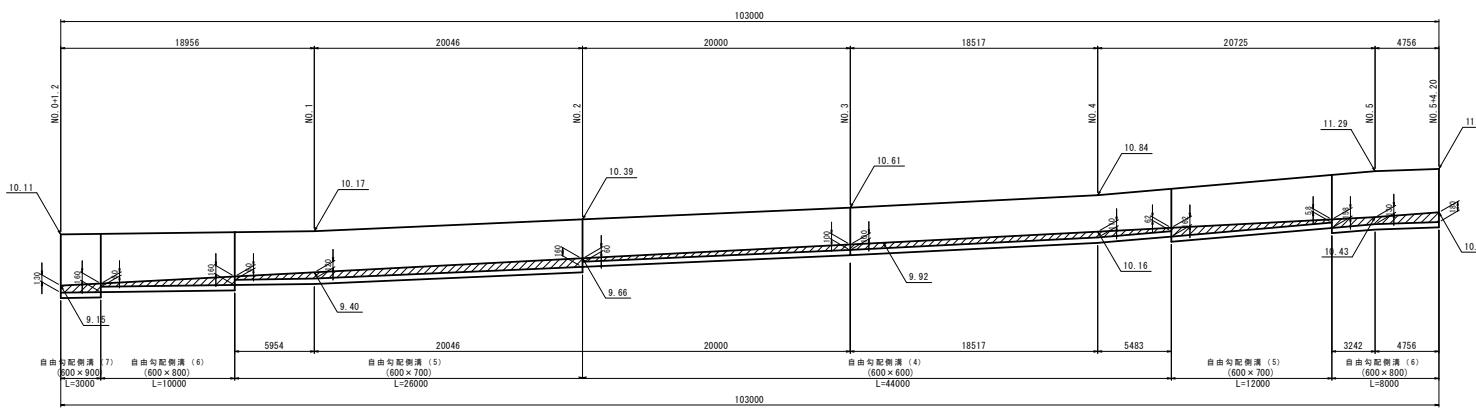

舗装構成図

S=1:10

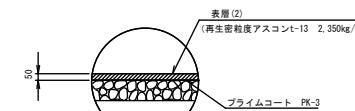

3号工事箇所 (道路維持工事)  
※この図面はA14414を原寸とする。

工事名 平成28年度北緯環第5号  
半田高松第2号線ほか2線道路整備工事

施工箇所名 津市半田内

図面の種類 各種構造図

縮尺 図示 図面番号 12/12

事務所名 津市建設部北工事事務所