

特記事項

(工事概要)

本工事は、津市雲林院福祉会館に、非常放送設備の設置を行うものである。

(施工条件)


- ・作業着手までの期間に調査及び施工計画書等を作成し市監督員の承諾を得ること。
- ・作業着手までの調査は、事前に津市雲林院福祉会館及び市監督員の承諾を得るものとし、運営等に影響を与えない範囲とする。
- ・機器材料等の納期を確認し、契約後速やかに承認図を提出すること。
- ・工事着手前には、現況状況把握の為に破損箇所等があれば、市監督員の立会いのもと写真に記録しておくこと。
- ・設計図書に明記のない場合でも、機能上及び構造上当然必要と認められるものは本工事に含む。
- なお、内訳書の数量は参考とし、当図面を優先する。
- ・工事過程において、既存施設に損害を与えた場合は、請負人の負担において、速やかに復旧すると共に市監督員に報告 すること。
- ・工事用水、電力については施設内既存の設備を無償で利用できる。
- ・消防関係法令に基づく設置届を消防に提出すること。消防検査立合いを含む。

(適応基準)


- ・国土交通省大臣官房官庁営繕部監修「公共建築工事標準仕様書」(建築工事編、電気設備工事編 最新版)
- ・国土交通省大臣官房官庁営繕部監修「公共建築改修工事標準仕様書」(建築工事編、電気設備工事編 最新版)
- ・その他関係法令


(撤去処分)

・当工事により発生する廃材は、産業廃棄物となるため関係法令により適切に処理すること。 また、工事完了後、速やかにマニフェスト等の写しを市監督員に提出すること。

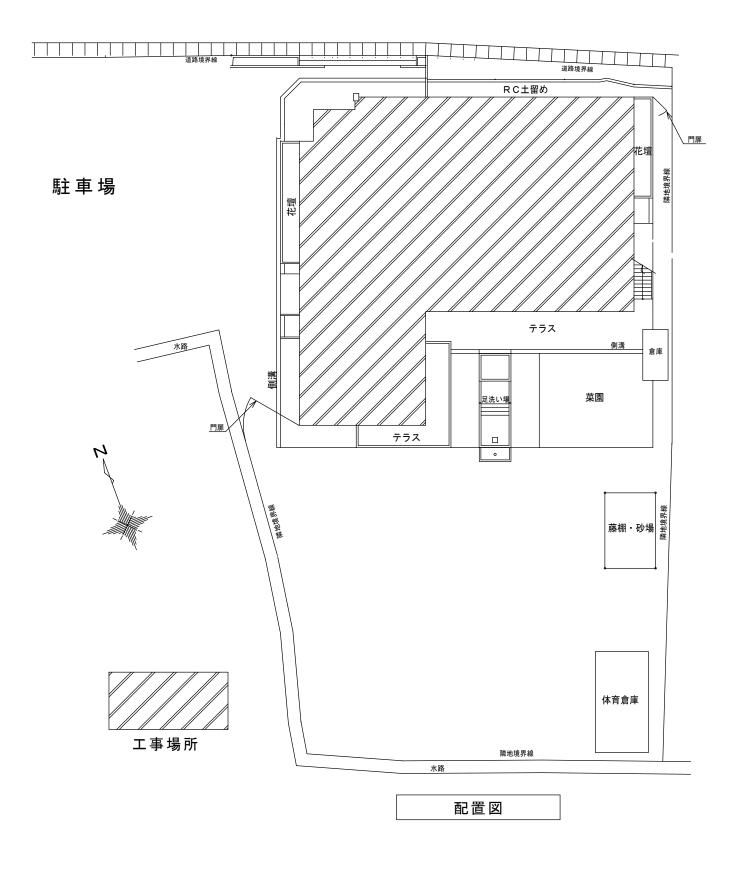

津市雲	縮尺	
図面名称 位置図・配置図・特記事項		原図: A 3
	平成28年9月	
	津市建設部営繕課	^{NO.} 1∕5

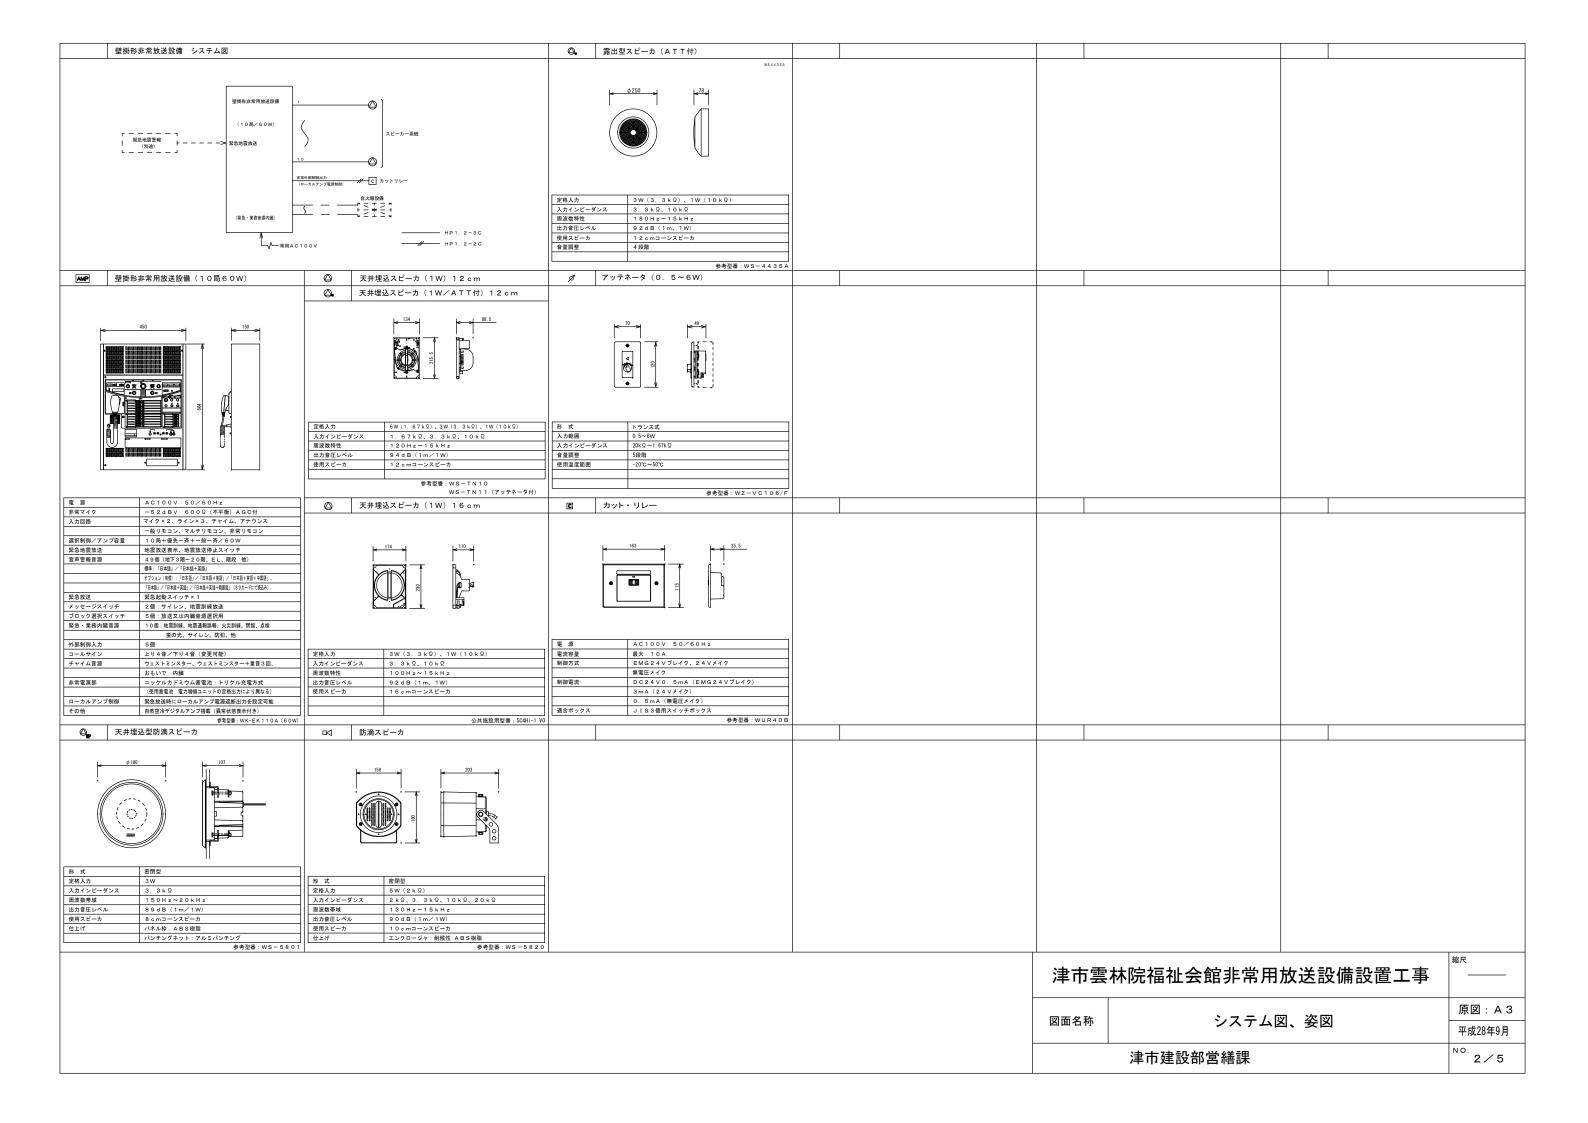

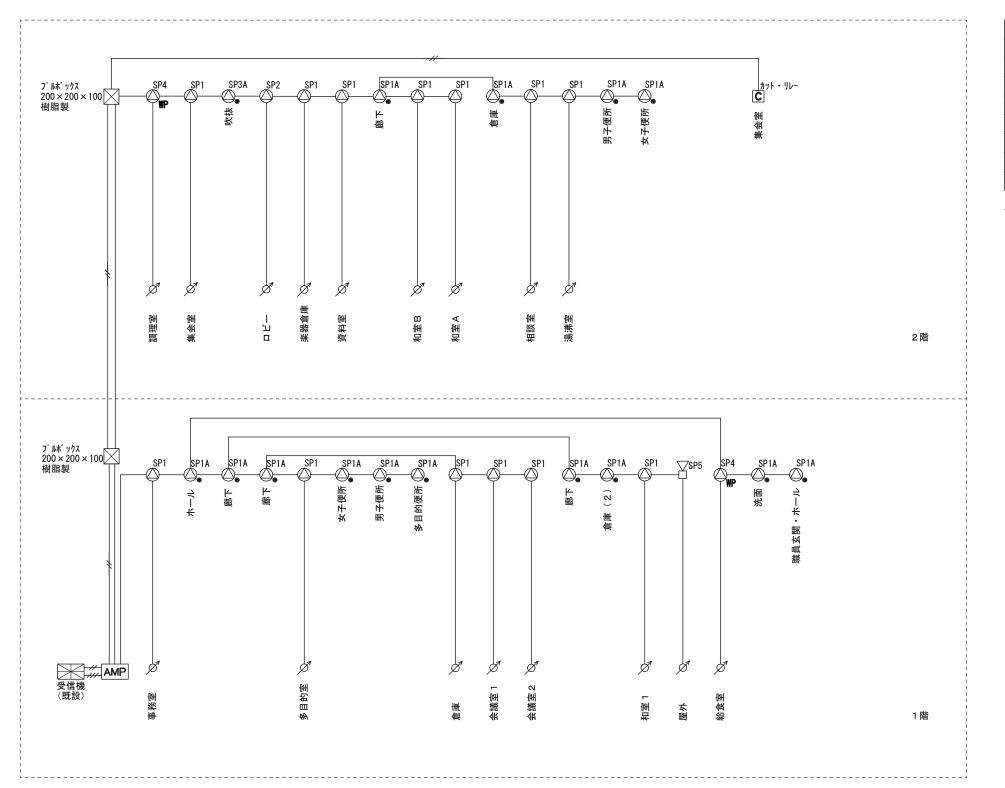

放送アンプ容量計算				
記号	種類	容量	数量	小計
SP1	天井埋込スピーカ (12cm)	1 W	13個	1 3 W
SP1A	天井埋込スピーカ (12cmアッテネータ付)	1 W	14個	1 4 W
SP2		1 W	1個	1 W
SP3A		1 W	1個	1 W
SP4		3 W	2個	6 W
SP5	屋外用ホーンスピーカ	1 W	1個	1 W
合計			3 6 W	


スピーカ合計36W<アンプ出力60WよりOKとする。

図中	□記入な	き配線は	下記	とする	
·¥			UD1	2 20-	

放送 HP1.2-3Cケーブル 信号 HP1.2-2Cケーブル 電源 -/// WF1.6-3Cケーブル

カット・リレーにて制御するローカルアンプ等の負荷容量 合計は340Wである。

津市雲林院福祉会館非常用放送設備設置工事		
図面名称	系統図	原図: A 3
凶即石孙	术机区	平成28年9月
	津市建設部営繕課	NO. 3/5

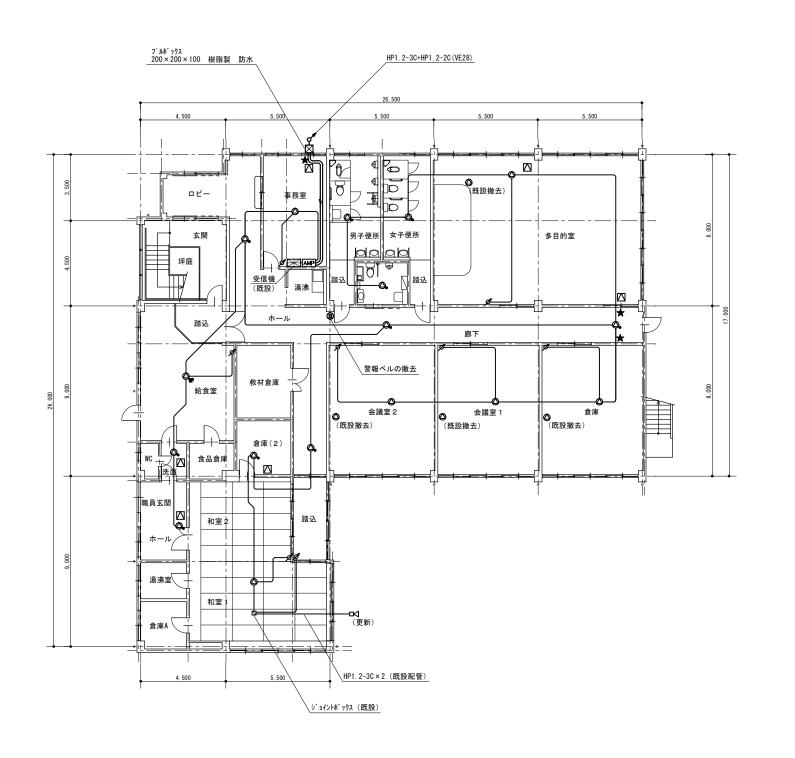



図中記入なき配線は下記とする

放送 _____ HP1. 2-3C (天井隠ぺい) 信号 ______ HP1. 2-2C (天井隠ぺい)


アッテネーターへの立下りはメタルモールを使用する。

★ 壁貫通場所

点検口 (450×450、アルミ製、内外枠共額縁) 新規設置

1 階電気設備図 1/200

津市雲林院福祉会館非常用放送設備設置工事		縮尺 1/200
図面名称	原図: A 3	
四面石柳	平成28年9月	
	津市建設部営繕課	NO. 4/5

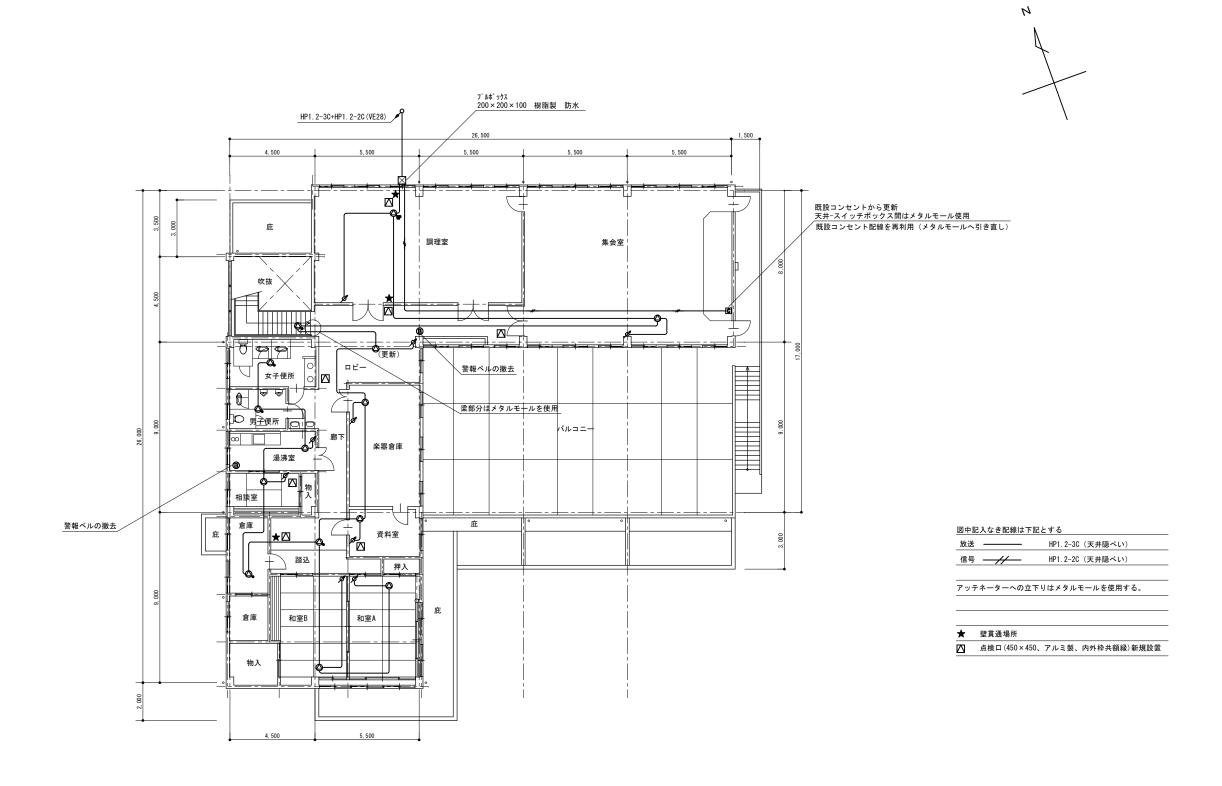

2 階電気設備図 1/200

津市雲	縮尺 1/200	
図面名称	2 階電気設備図	原図: A3 平成28年9月
	津市建設部営繕課	NO. 5 / 5