


平面図(1)

s = 1/500

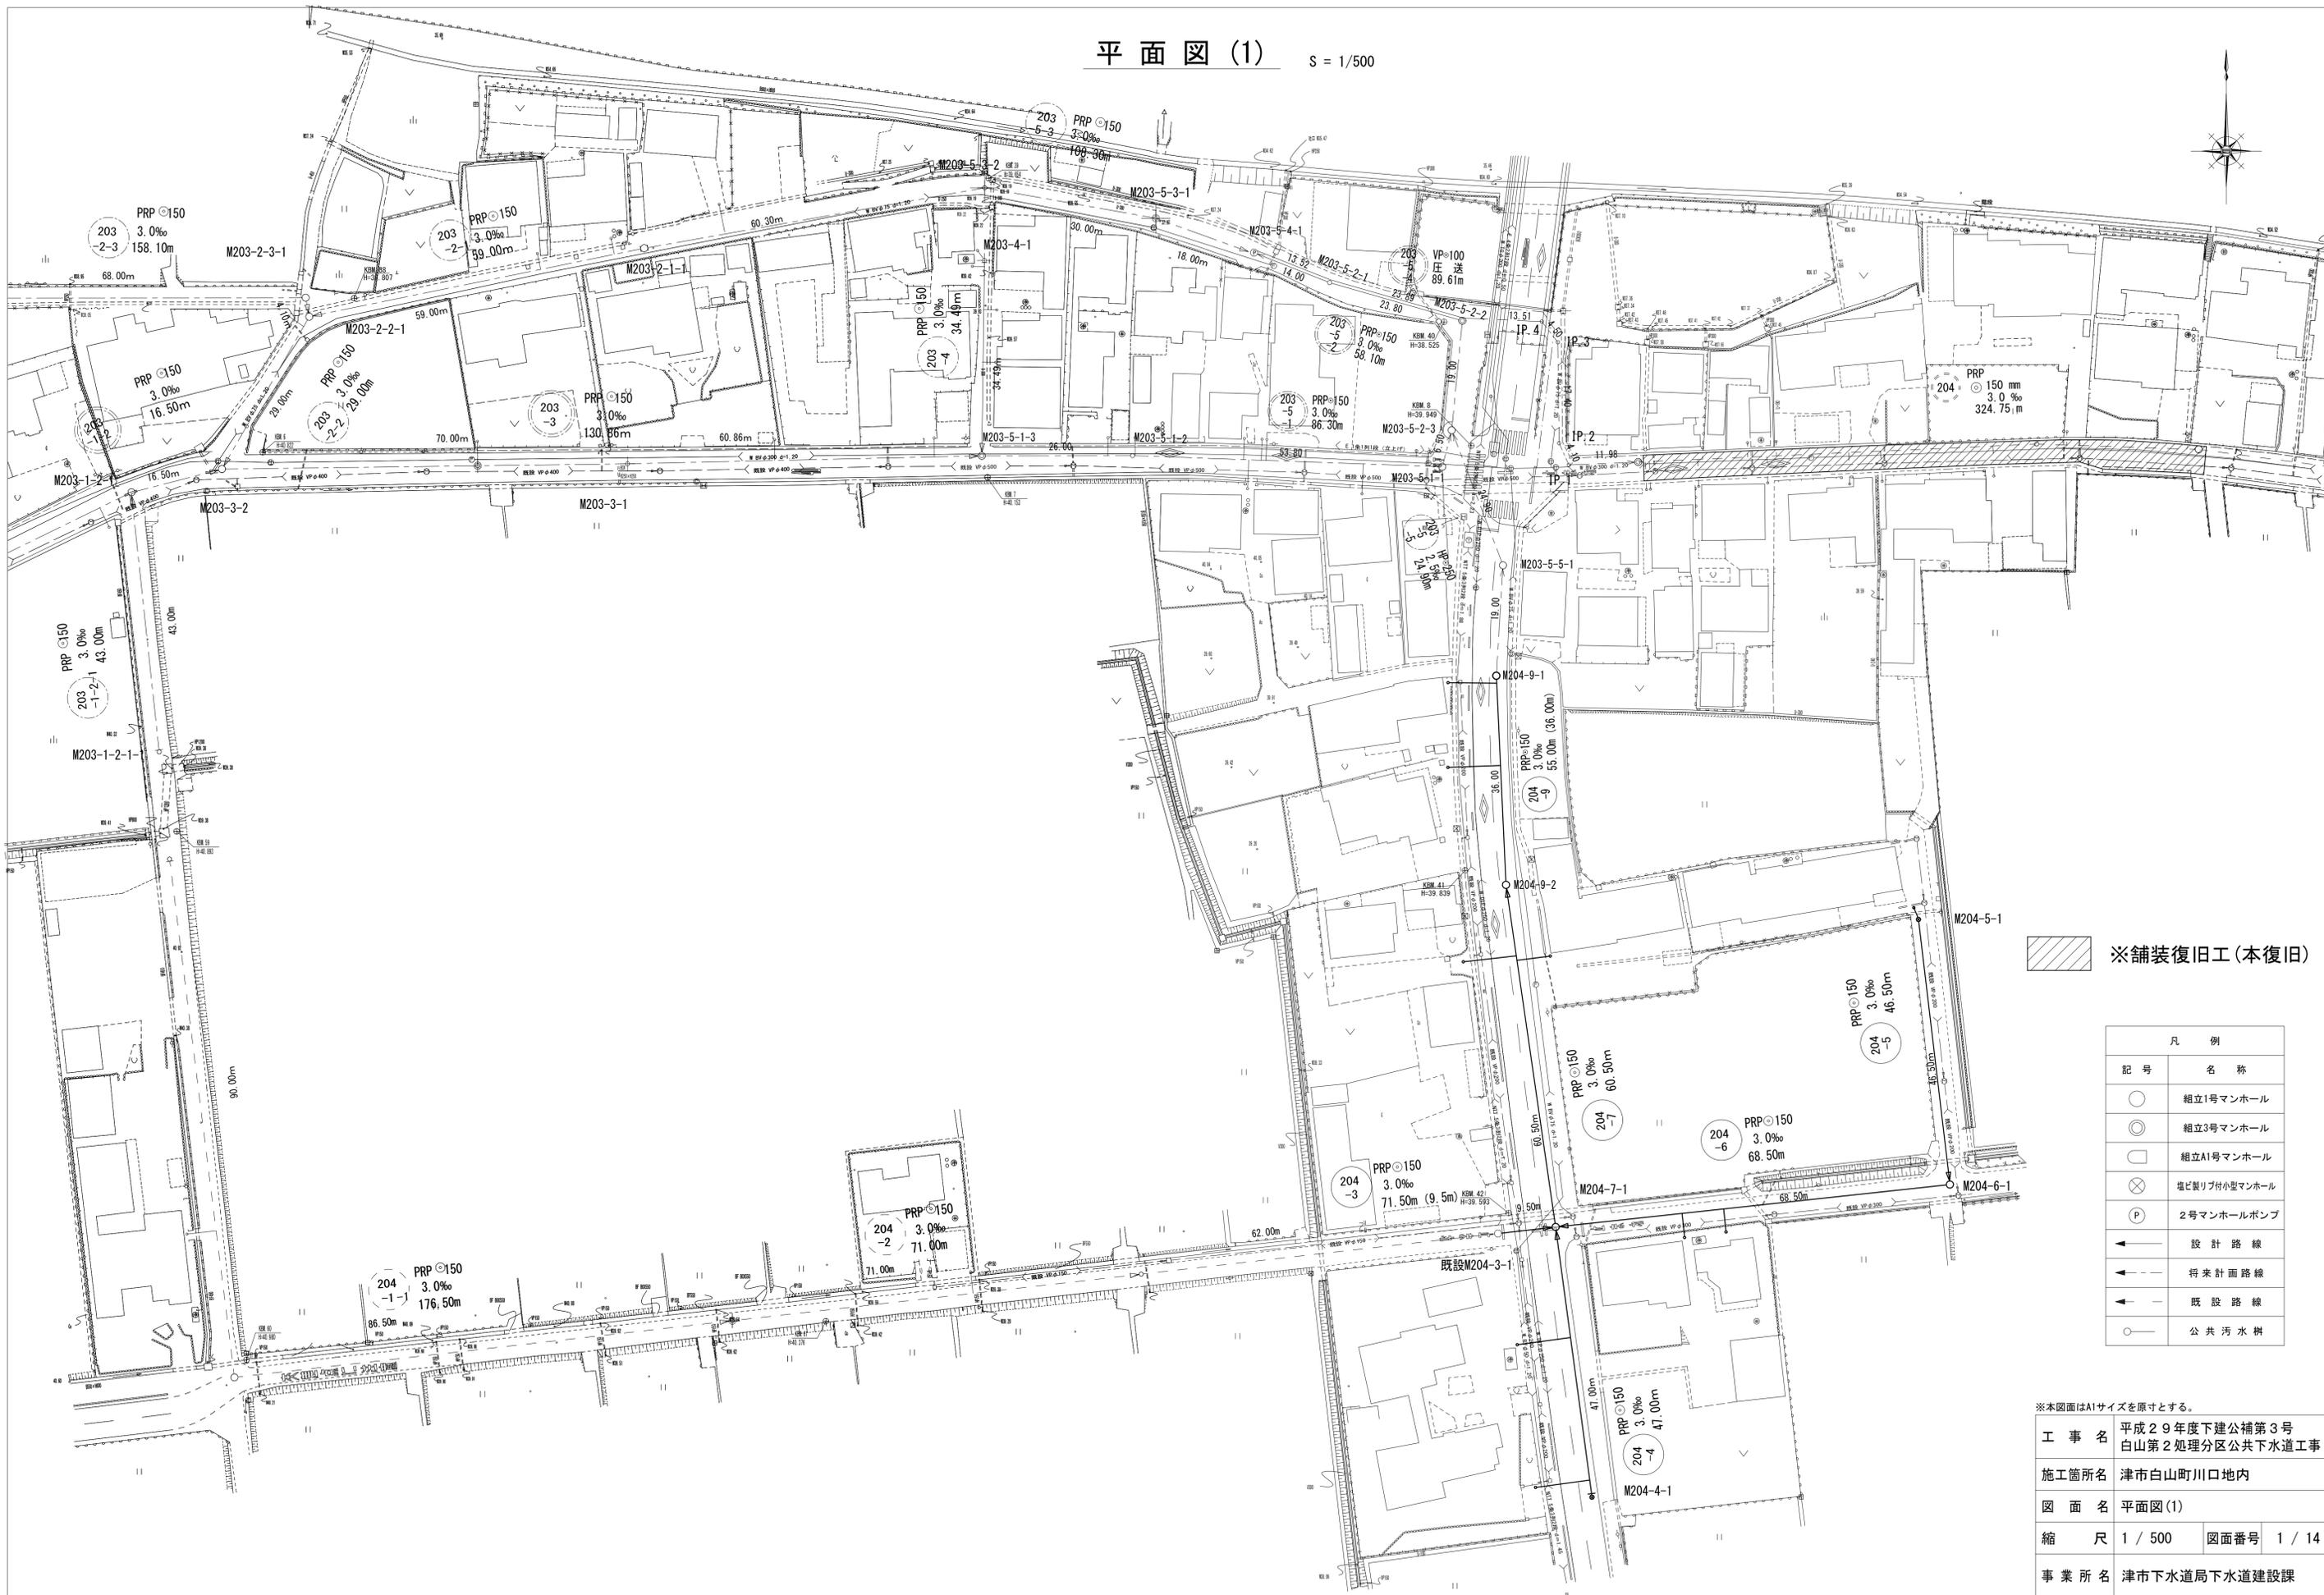

※舗装復旧工(本復旧)



凡 例	
記号	名称
○	組立1号マンホール
◎	組立3号マンホール
□	組立A1号マンホール
⊗	塩ビ製リブ付小型マンホール
P	2号マンホールポンプ
→	設計路線
→	将来計画路線
→	既設路線
○	公共汚水樹

※本図面はA1サイズを原寸とする。

工 事 名	平成29年度下建公補第3号 白山第2処理分区公共下水道工事
施工箇所名	津市白山町川口地内
図 面 名	平面図(1)
縮 尺	1 / 500
図面番号	1 / 14
事業所名	津市下水道局下水道建設課

平面図 (2)

S = 1/500

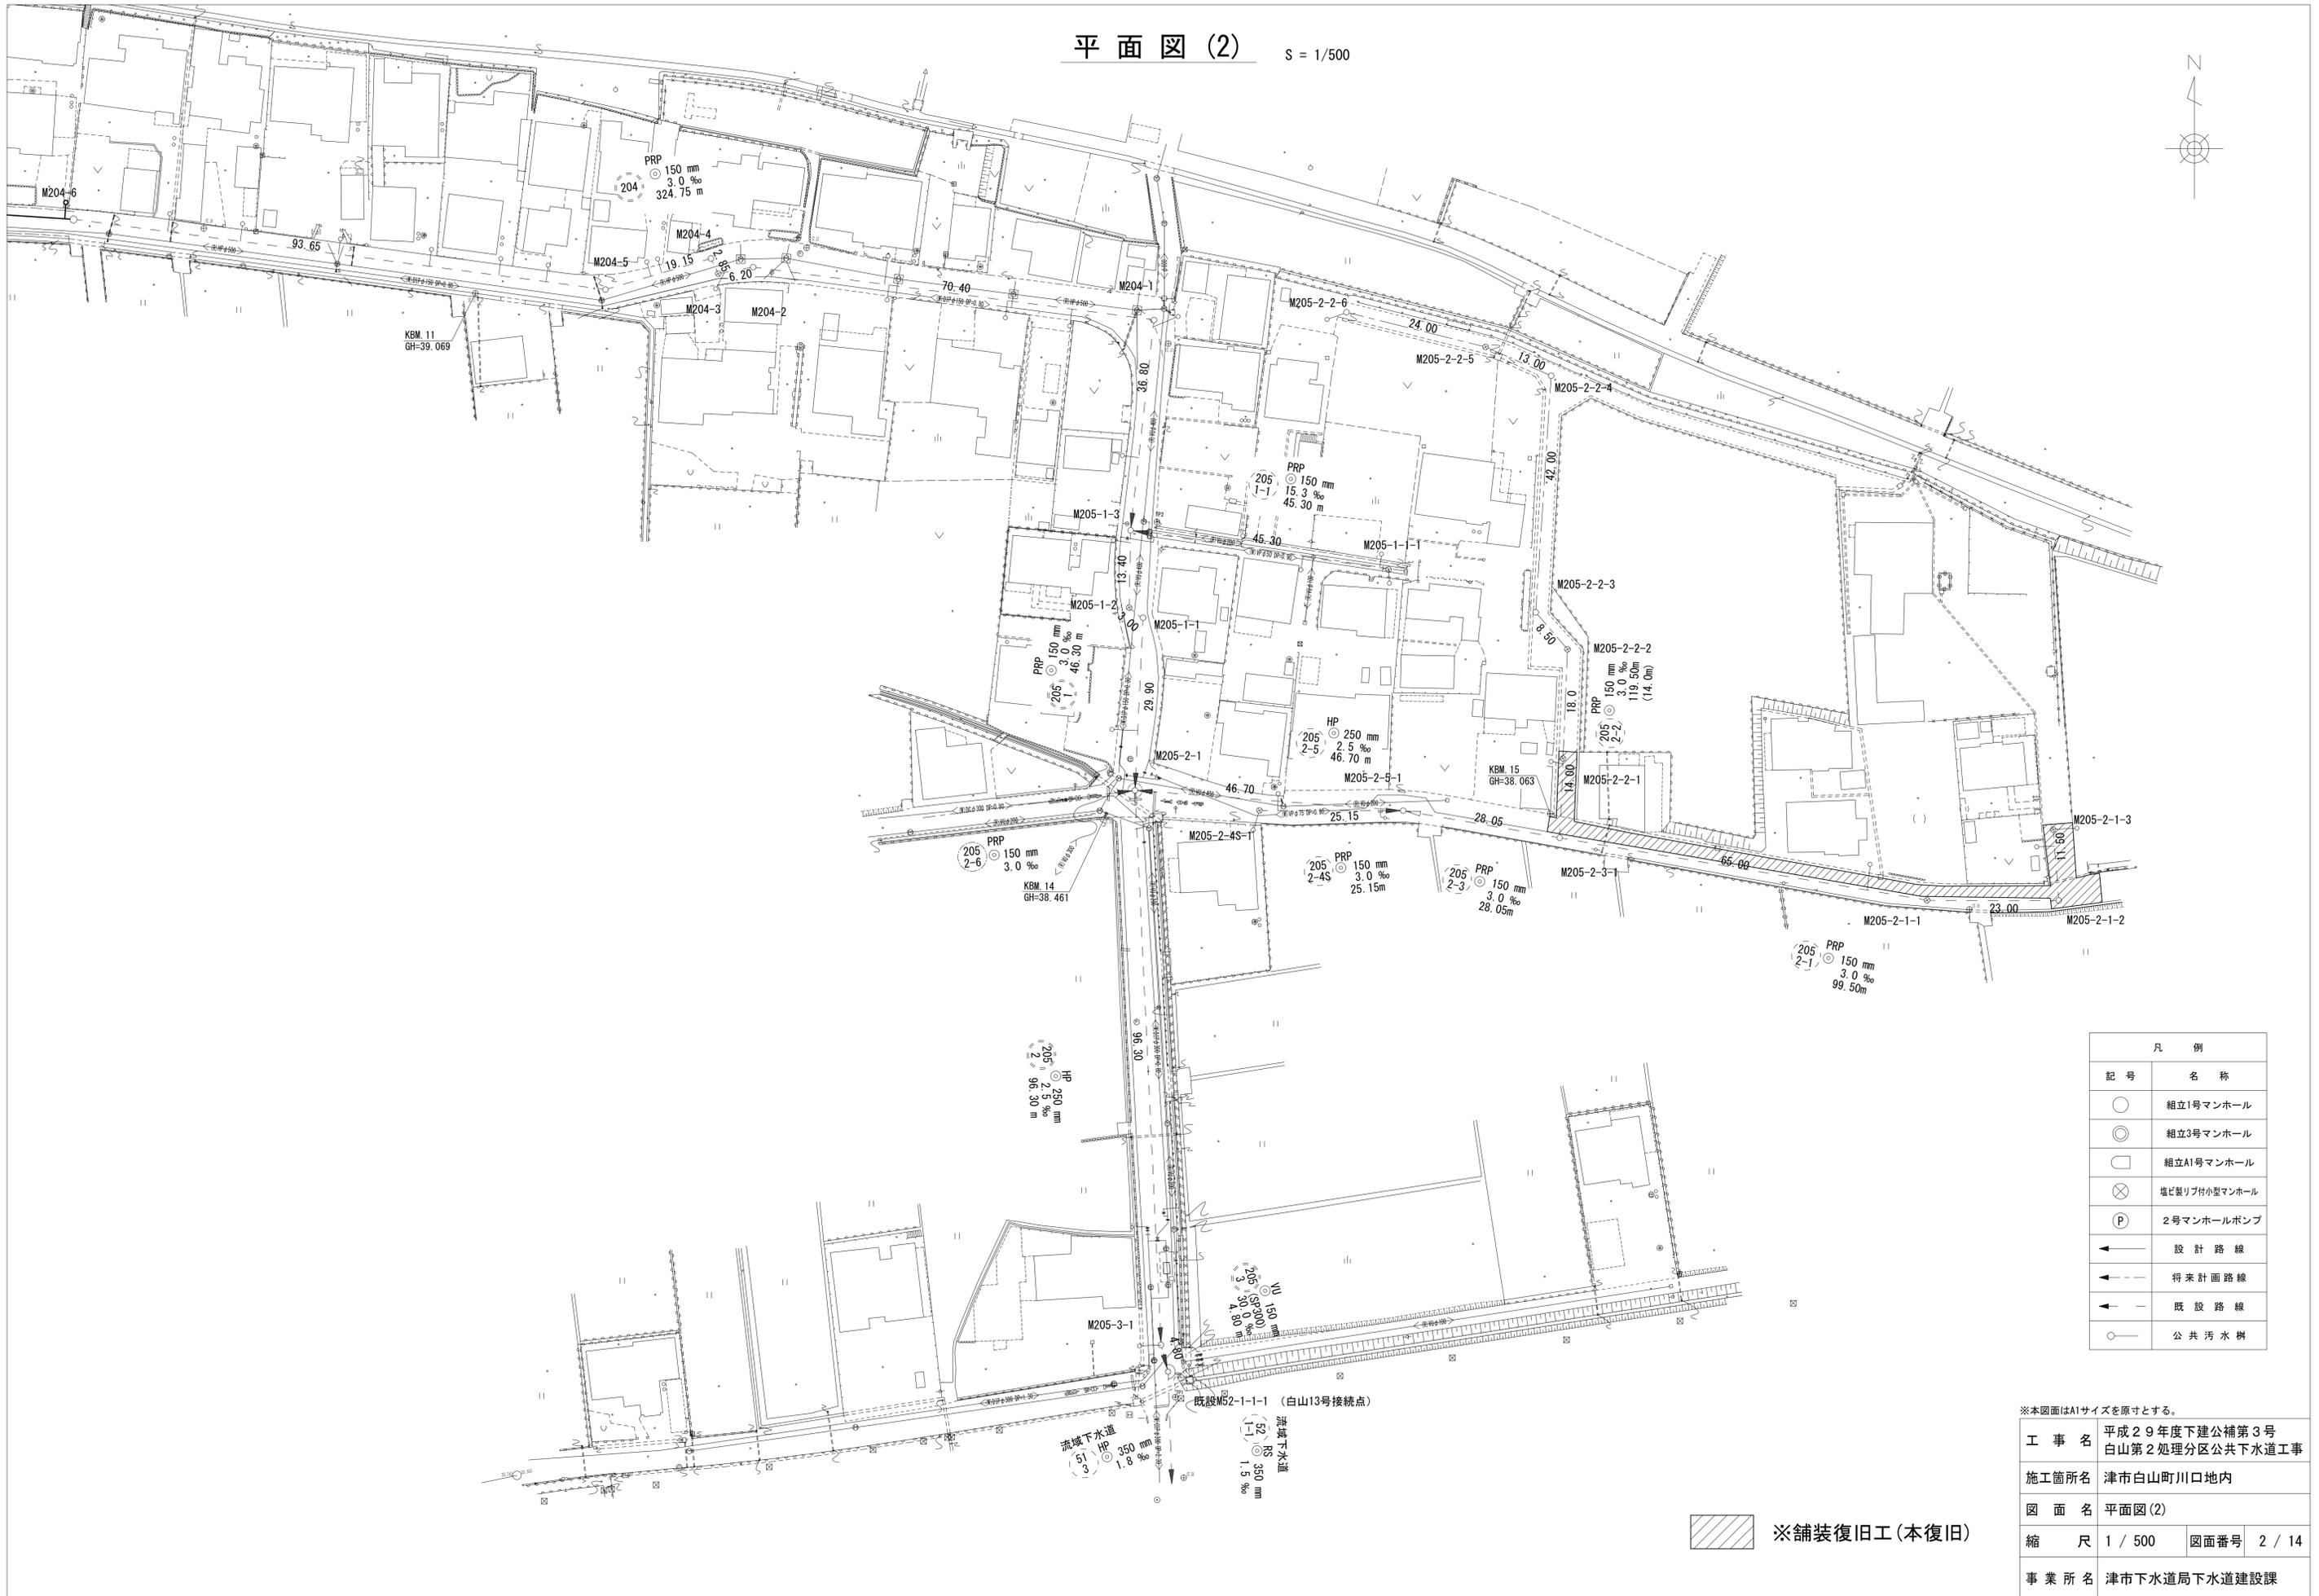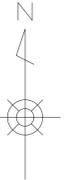


※本図面はA1サイズを原寸とする。


工事名	平成29年度下建公補第3号 白山第2処理分区公共下水道工事		
施工箇所名	津市白山町川口内		
図面名	平面図(2)		
縮尺	1 / 500	図面番号	2 / 14
事業所名	津市下水道局下水道建設課		

※舗装復旧工 (本復旧)

縦断面図(1) 縮尺 縦横 1/100 1/500

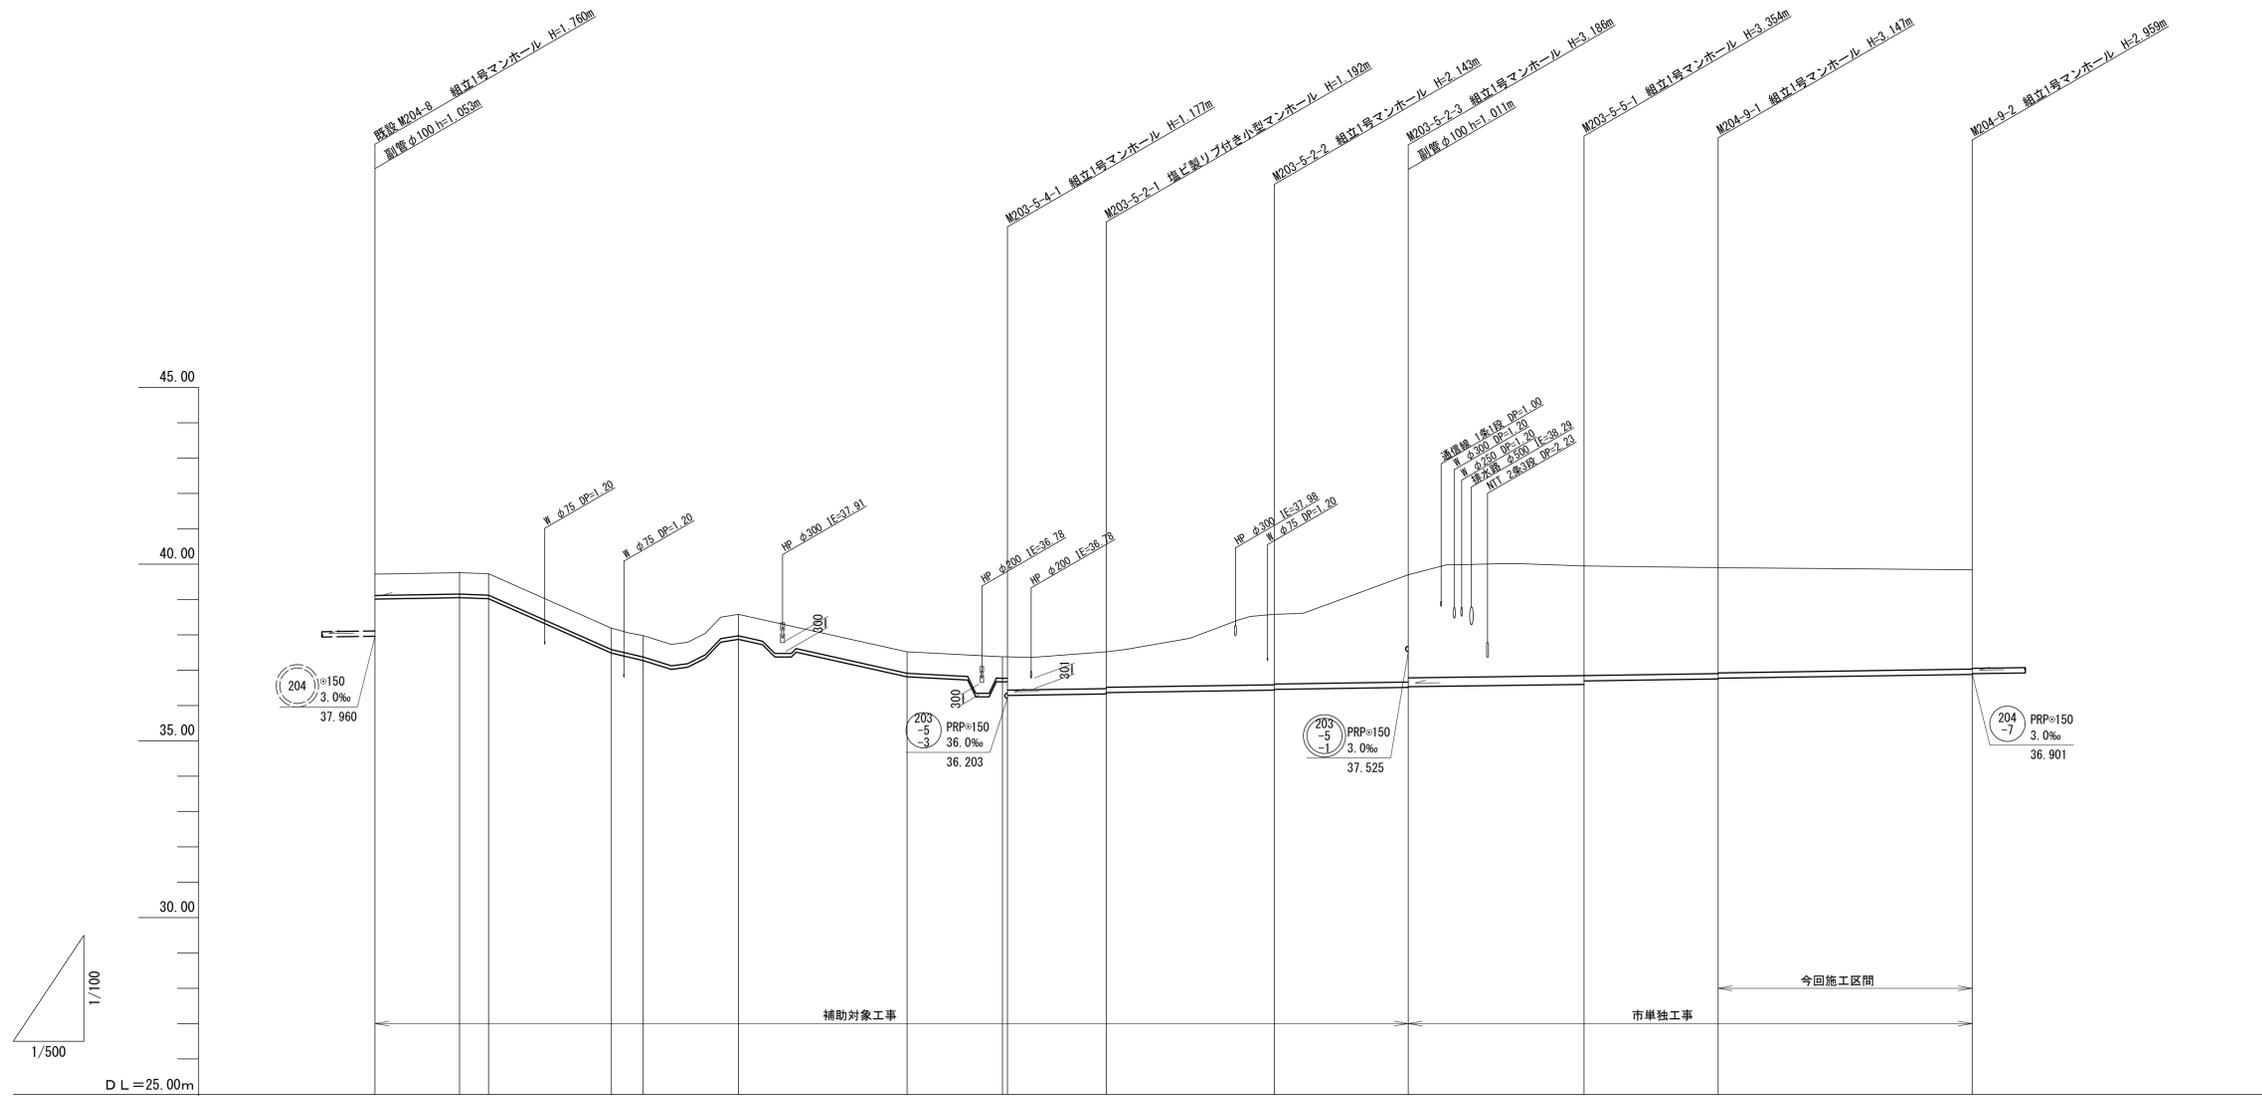


管番号	203-5-4										203-5-2		203-5-5		204-9									
断面	圧送管VPφ100										PRPφ150		HPφ250		PRPφ150									
勾配	圧送										3.0‰		2.5‰		3.0‰									
路線延長	89.61										56.80		24.90		55.00									
スパン長		11.98	4.10	17.40	4.50	13.51		23.89	13.52	0.71	14.00	23.80	19.00	24.90	19.00	36.00								
掘削深	0.81	0.81	0.81	0.81	0.81	0.81	0.81	0.81	0.82	0.82	1.20	1.30	1.26	2.25	2.23	3.29	3.22	3.41	3.36	3.25	3.23	3.06		
土被り	0.60	0.60	0.60	0.60	0.60	0.60	0.60	0.60	0.60	0.60	0.94	1.04	1.00	1.99	1.97	3.03	2.86	3.05	3.10	3.25	2.99	2.97	2.81	
管底高		39.72	39.013		38.19	37.483		37.52	36.813		36.669	36.328	36.366	36.437	36.457	36.514	36.534	36.596	36.696	36.753	36.773		36.881	
地盤高		39.72	39.013		38.19	37.483		37.52	36.813		36.669	36.328	36.366	36.437	36.457	36.514	36.534	36.596	36.696	36.753	36.773		36.881	
追加距離	0.00	11.98	16.08	33.48	37.98	51.49	75.38	88.90	89.61	103.61	127.41	146.41	171.31	190.31	226.31									
単距離	0.00	11.98	4.10	17.40	4.50	13.51	23.89	13.52	0.71	14.00	23.80	19.00	24.90	19.00	36.00									
測点	M204-8	IP.1	IP.2	IP.3	IP.4	M203-5-2-1	M203-5-2-1	M203-5-4-1		M203-5-2-1	M203-5-2-2	M203-5-2-3	M203-5-5-1	M204-9-1	M204-9-2									

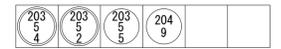


※本図面はA1サイズを原寸とする。

工事名	平成29年度下建公補第3号 白山第2処理分区公共下水道工事		
施工箇所名	津市白山町川口地内		
図面名	縦断面図(1)		
縮尺	1 / 500	図面番号	3 / 14
事業所名	津市下水道局下水道建設課		

縦断面図(2) 縮尺 縦横 1/100 1/500

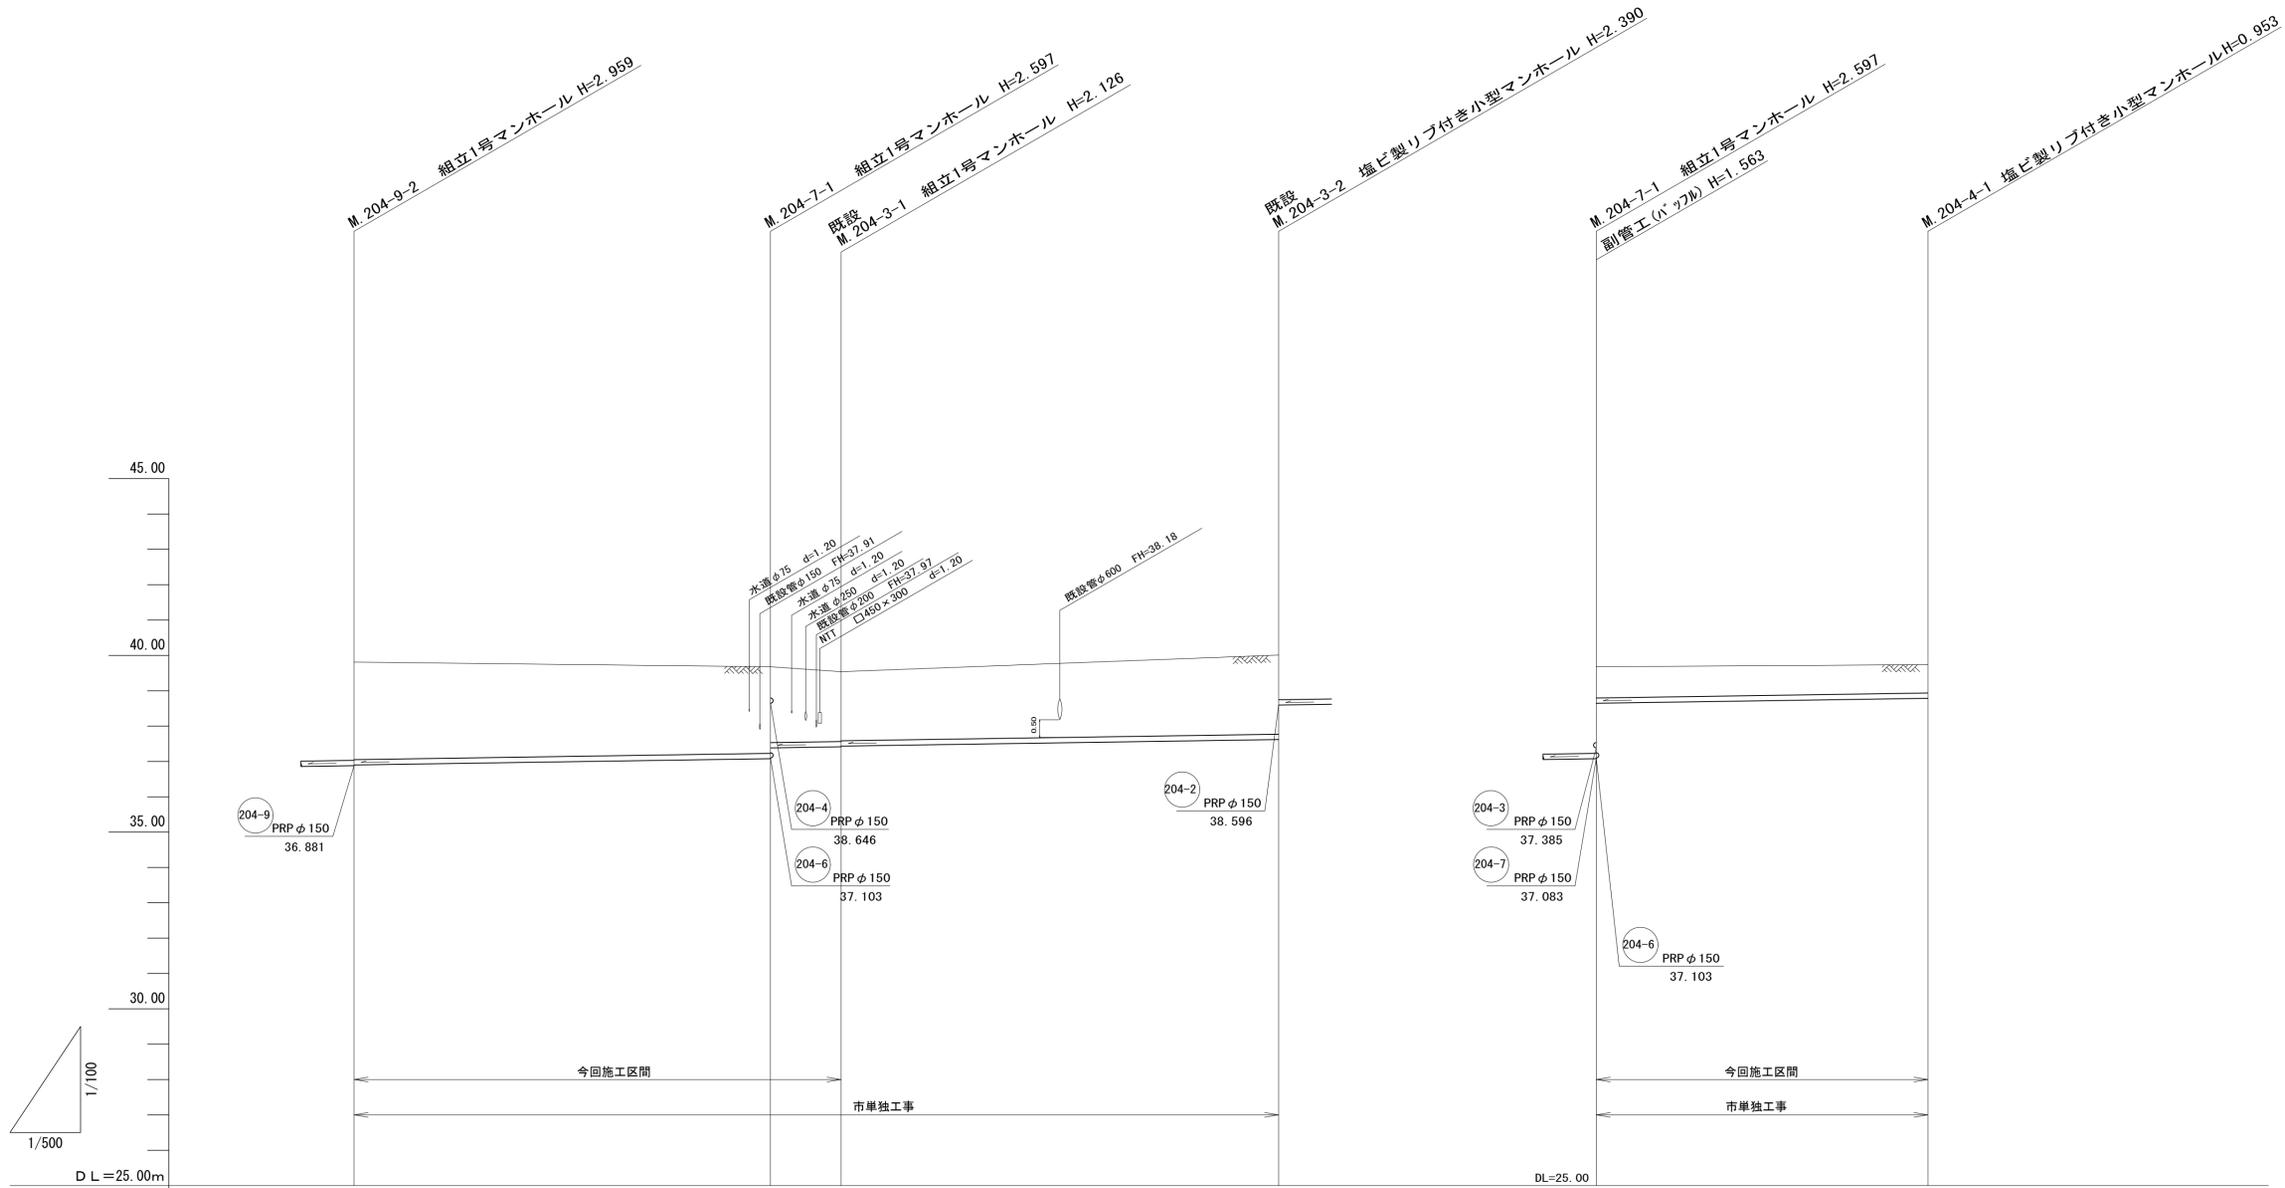


管 番 号		204-7		204-3		204-4		
断 面		PRP φ 150		PRP φ 150		PRP φ 150		
勾 配		3.0‰		3.0‰		3.0‰		
路 線 延 長		60.50		71.50		47.00		
ス パ ン 長		60.50		9.50	62.00		47.00	
掘 削 深	3.04	2.70 2.40	2.23 2.21	2.49		1.14	1.06	
土 被 り	2.79	2.44 2.14	1.97 1.95	2.24		0.88	0.80	
管 底 高	36.901	37.965 37.935	37.414 37.434	37.620		38.646	38.787	
地 盤 高	39.84	39.68	39.54	40.01		39.68	39.74	
追 加 距 離	0.00	60.50	70.00	132.00		0.00	47.00	
単 距 離	0.00	60.50	9.50	62.00		0.00	47.00	
測 点	M204-9-2	M204-7-1 既設 M204-9-1		既設 M204-3-2		M204-7-1	M204-4-1	

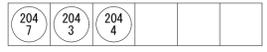

※本図面はA1サイズを原寸とする。

工 事 名	平成29年度下建公補第3号 白山第2処理分区公共下水道工事		
施工箇所名	津市白山町川口地内		
図 面 名	縦断面図(2)		
縮 尺	1 / 500	図面番号	4 / 14
事 業 所 名	津市下水道局下水道建設課		

縦断面図(3) 縮尺 縦 1/100 横 1/500

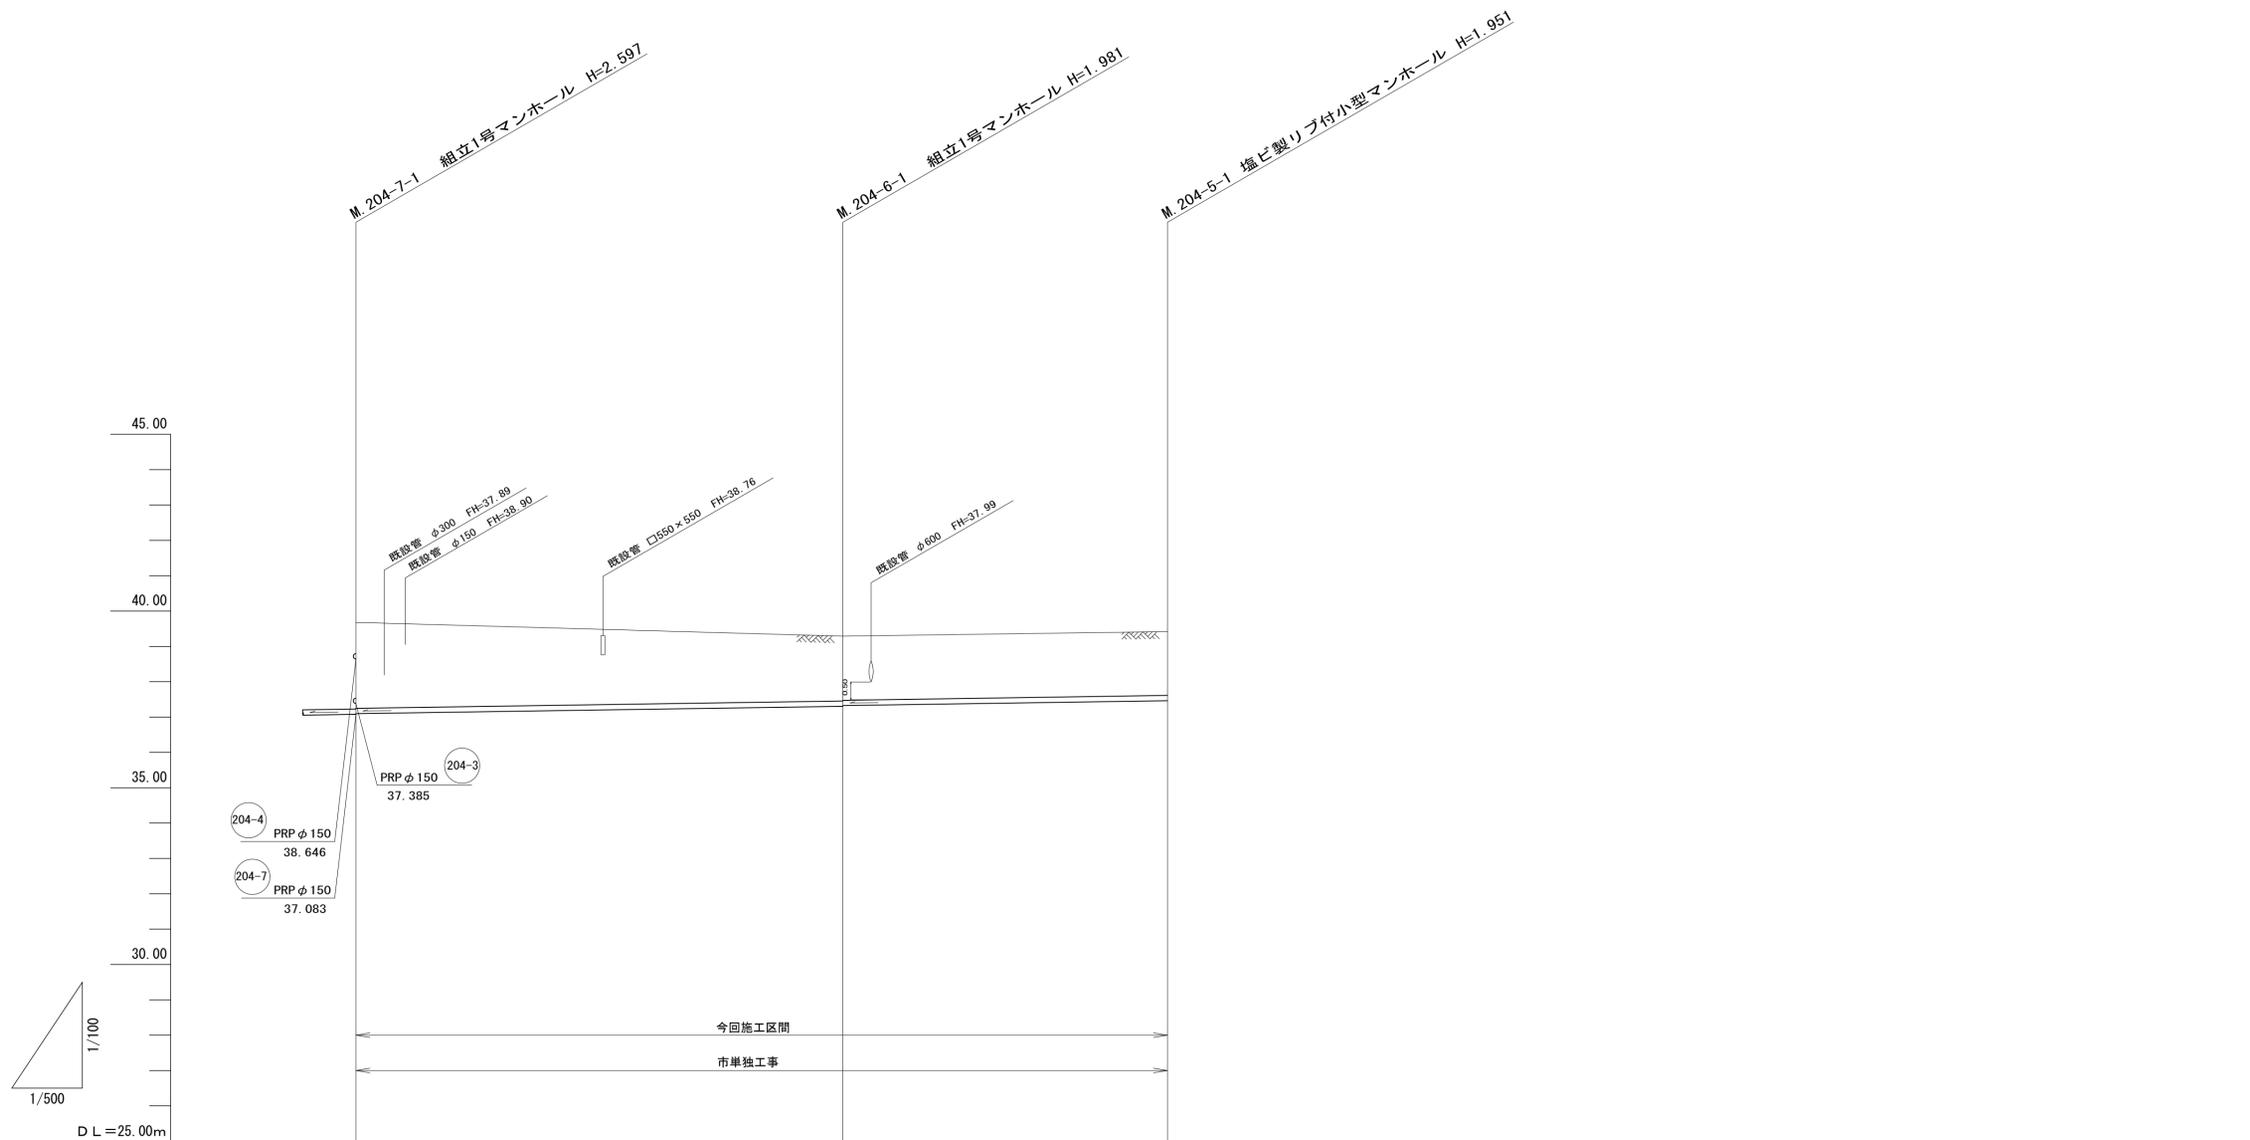






管 番 号		204-6	204-5	
断 面		PRP φ 150		
勾 配		3.0‰		
路 線 延 長		68.50	46.50	
ス パ ン 長		68.50	46.50	
掘 削 深	2.68		2.08 2.06	2.05
土 被 り	2.42		1.83 1.81	1.80
管 底 高	37.103 37.118		37.309 37.329	37.469
地 盤 高	39.68 39.65		39.29	39.42
追 加 距 離	0.00	68.50		115.00
単 距 離	0.00	68.50	46.50	
測 点	M204-7-1 (+5.0)	M204-6-1	M204-5-1	



※本図面はA1サイズを原寸とする。

工 事 名	平成29年度下建公補第3号 白山第2処理分区公共下水道工事		
施工箇所名	津市白山町川口地内		
図 面 名	縦断面図(3)		
縮 尺	1 / 500	図面番号	5 / 14
事 業 所 名	津市下水道局下水道建設課		


横断面図 S=1/100

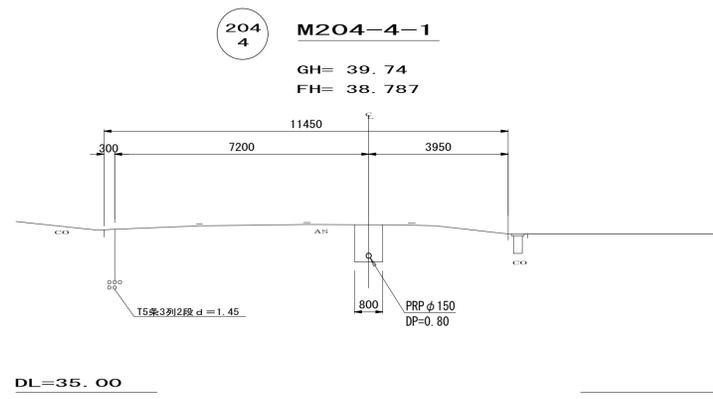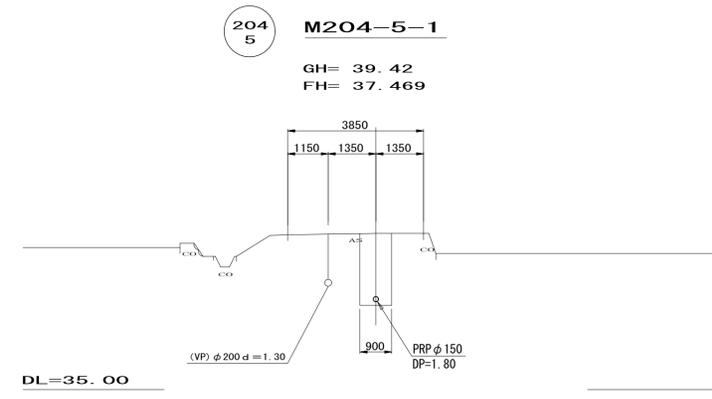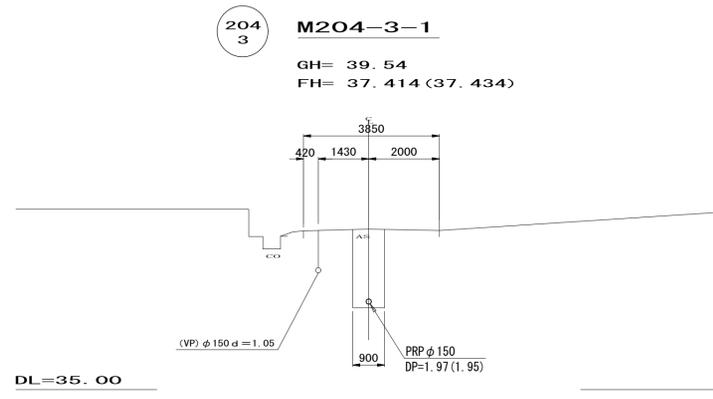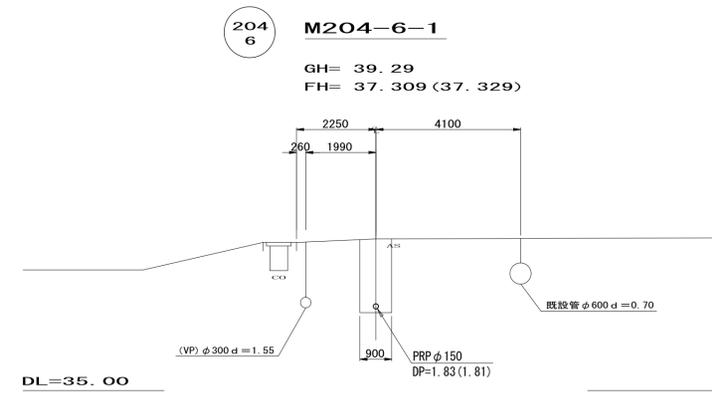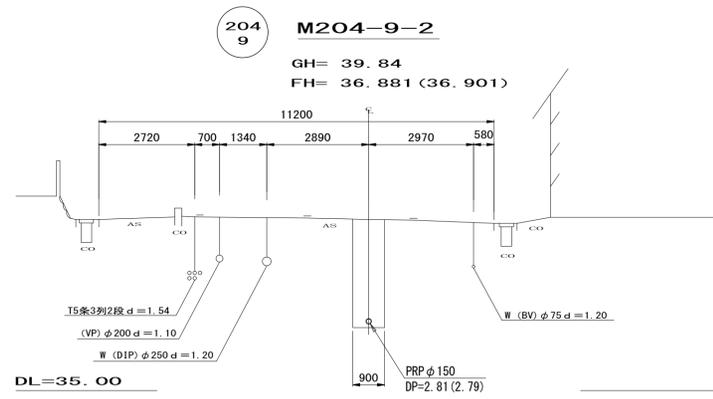

※本図面はA1サイズを原寸とする。

工事名	平成29年度下建公補第3号 白山第2処理分区公共下水道工事		
施工箇所名	津市白山町川口地内		
図面名	横断面図		
縮尺	1 / 500	図面番号	6 / 14
事業所名	津市下水道局下水道建設課		

本管布設詳細図 S=1/20

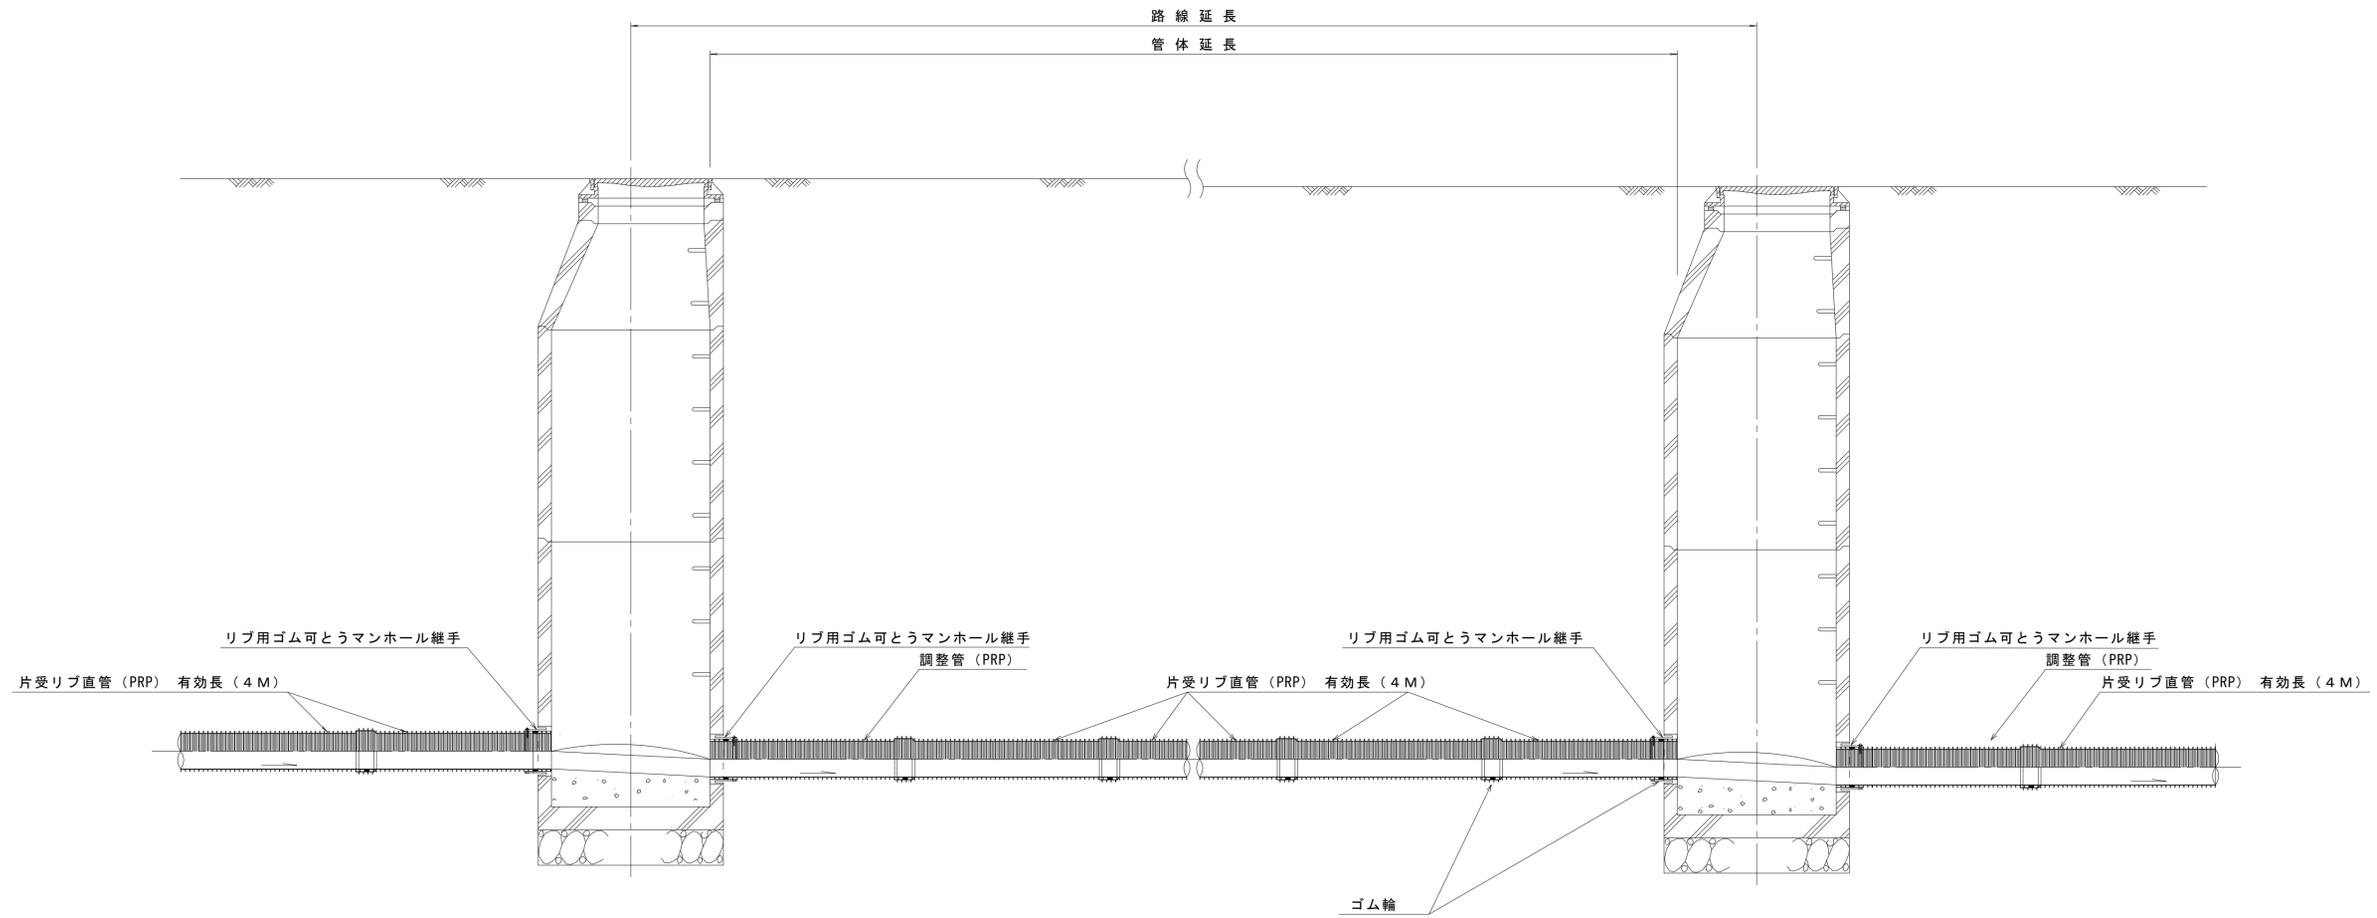


注) 調整管が1.0m未満の場合は、1.0mで切断をし片受直管で長さを調整する。

※ この図面はA1サイズを原寸とする。 参 考


工 事 名	平成29年度下建公補第3号 白山第2処理分区公共下水道工事		
施工箇所名	津市白山町川口地内		
図 面 名	本管布設詳細図		
縮 尺	1/20	図面番号	7/14
事業所名	津市下水道局下水道建設課		

土工定規図
(リブ本管) 参考 S=1/20

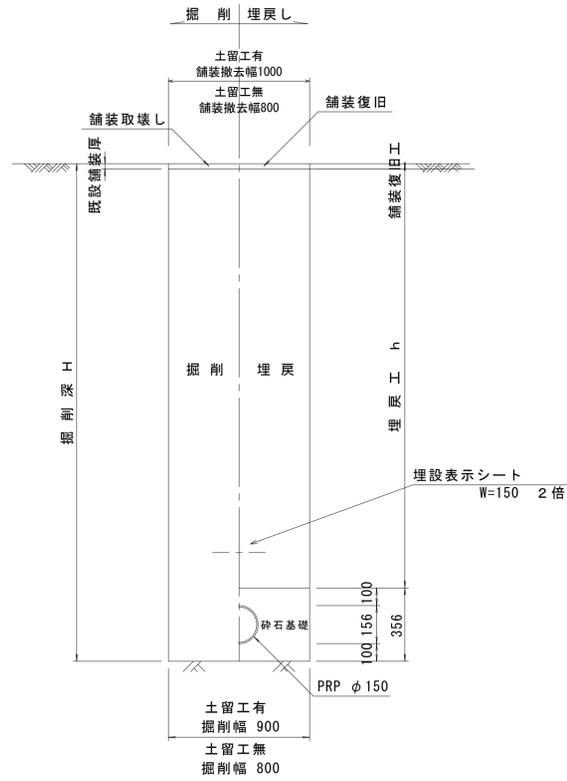

取付管土工定規図


参考 S=1/20

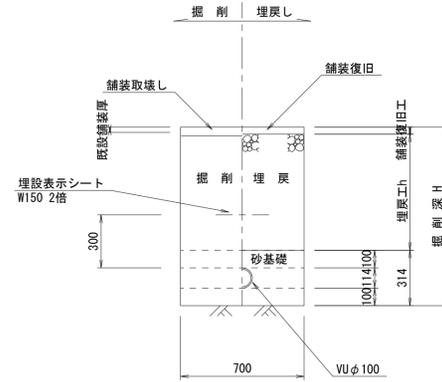


舗装復旧工

S=1/20


仮復旧工
県道車道 (N6交通)

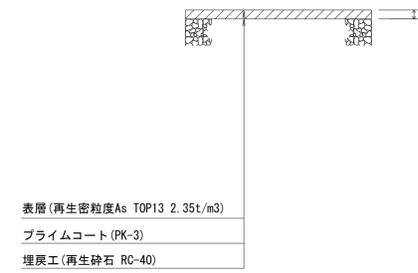

市道部

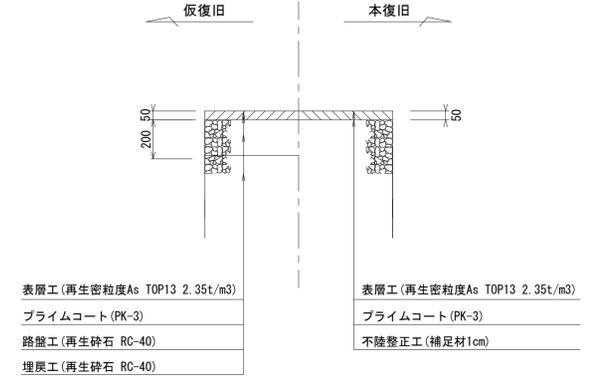

一次復旧工
県道車道 (N6交通)

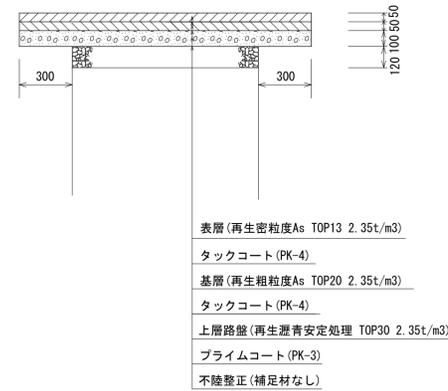


参考

※この図面はA1サイズを原寸とする。

工事名	平成29年度下建公補第3号 白山第2処理分区公共下水道工事		
施工箇所名	津市白山町川口地内		
図面名	土工定規図・舗装復旧工		
縮尺	図示	図面番号	8/14
事業所名	津市下水道局下水道建設課		

土留工標準図 (参考)
 (軽量金属支保材使用の場合)

断面図

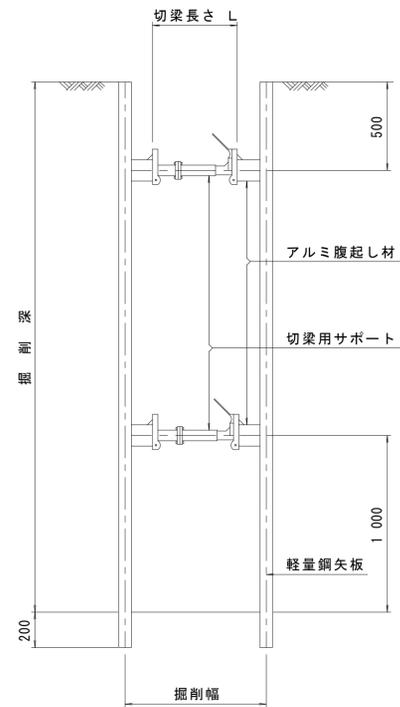

軽量鋼矢板標準図




支保工段数表

掘削深 (m)	矢板長 (m)	支保工段数 (段)
1.5 < H ≤ 1.8	2.0	1
1.8 < H ≤ 2.0	2.5	1
2.0 < H ≤ 2.3	2.5	2
2.3 < H ≤ 2.8	3.0	2
2.8 < H ≤ 3.3	3.5	2
3.3 < H ≤ 3.5	4.0	2
3.5 < H ≤ 3.8	4.0	3

※ マンホール部掘削時においては、掘削深に応じた軽量鋼矢板を使用すること。

平面図






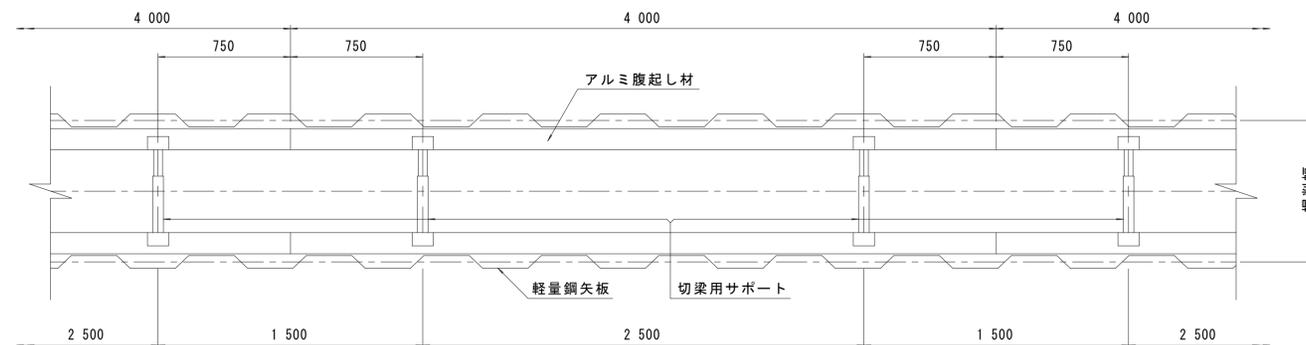


参考

※この図面はA1サイズを原寸とする。

工事名	平成29年度下建公補第3号 白山第2処理分区公共下水道工事		
施工箇所名	津市白山町川口地内		
図面名	土留工標準図 (軽量金属支保材使用の場合)		
縮尺	—	図面番号	9 / 14
事業所名	津市下水道局下水道建設課		



組立1号マンホール構造図

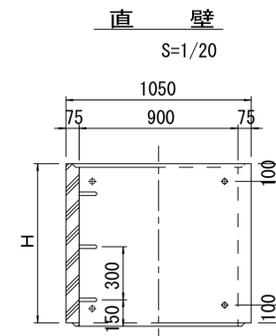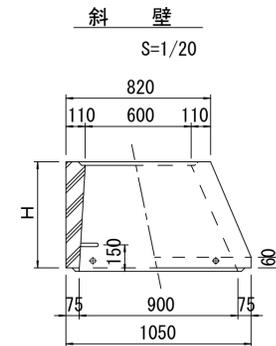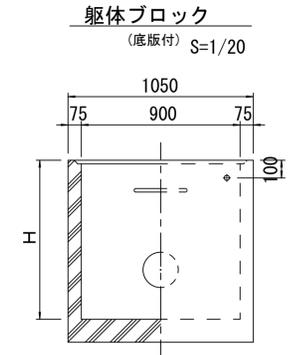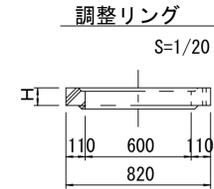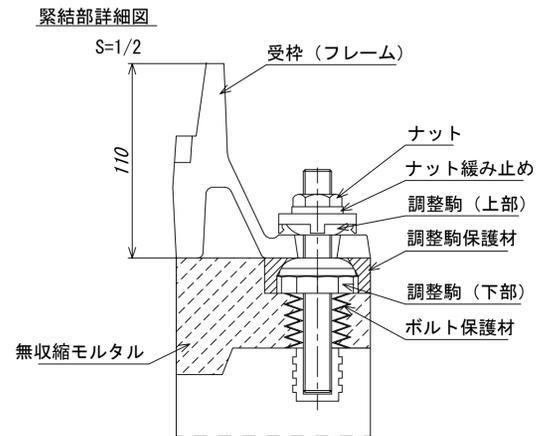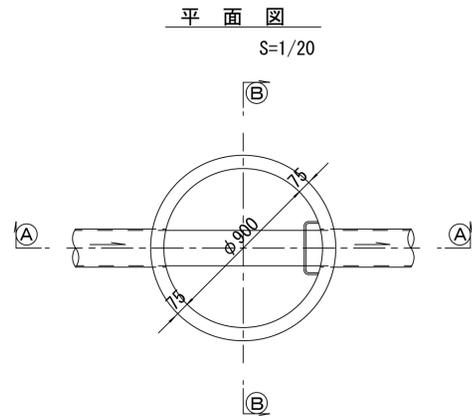

寸法表

種類	H (mm)					
	50	100	150			
調整リング						
斜壁	300	450	600			
直壁	300	600	900	1200	1500	1800
管取付壁	600	900	1200	1500	1800	

※鉄蓋の仕様については、津市認定マンホール蓋（市章入り）とする。

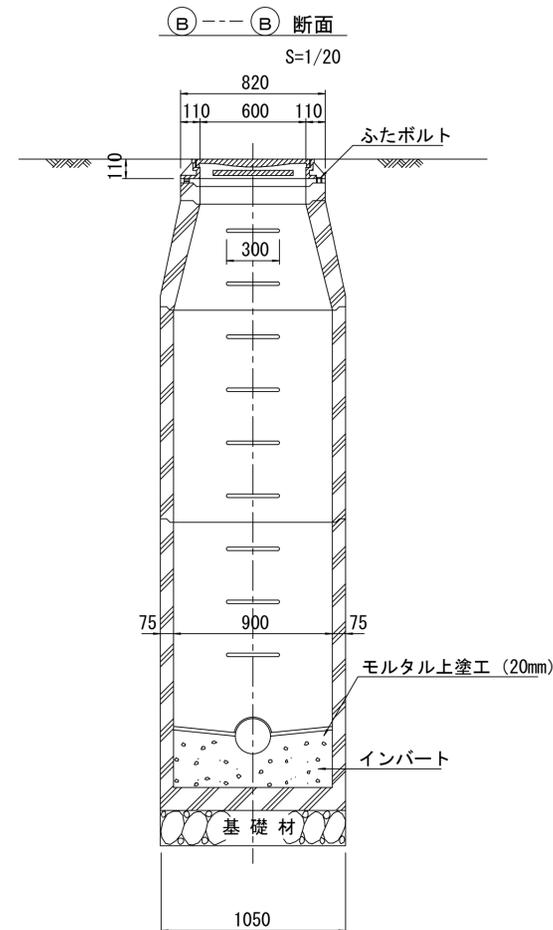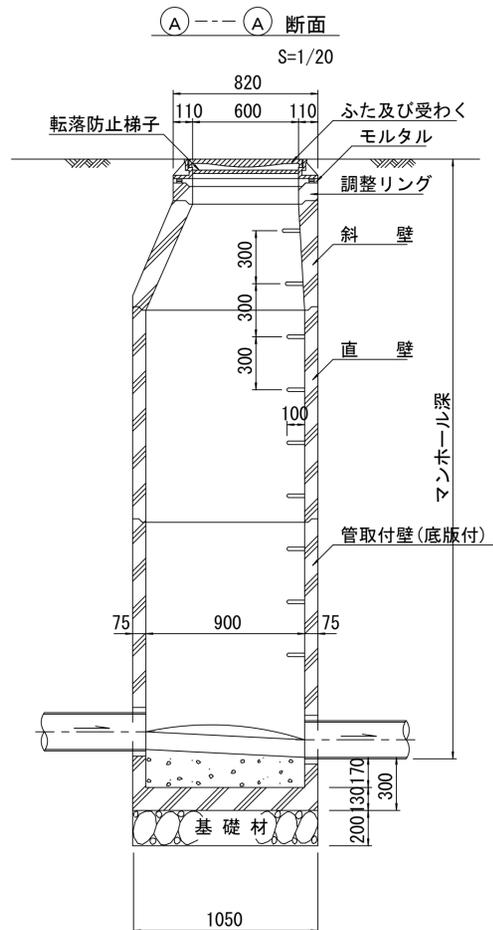

※ マンホール深2m以上の場合に、転落防止梯子を設置すること。


参考

※この図面はA1サイズを原寸とする。


工事名	平成29年度下建公補第3号 白山第2処理分区公共下水道工事
施工箇所名	津市白山町川口地内
図面名	組立1号マンホール構造図
縮尺	図示 図面番号 10/14
事業所名	津市下水道局下水道建設課

副管工詳細図
(内副管 飛散防止板)


据付例

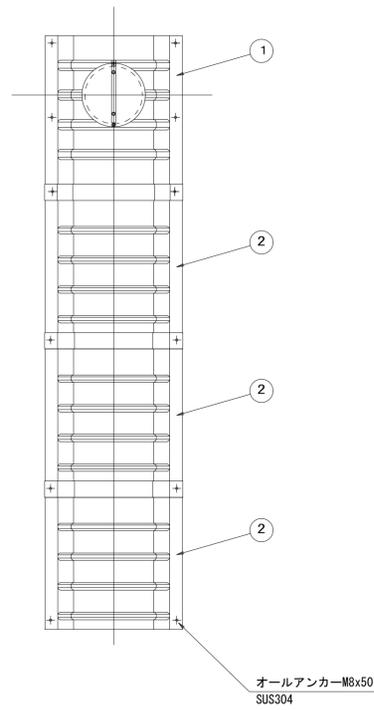

飛散防止板 TB

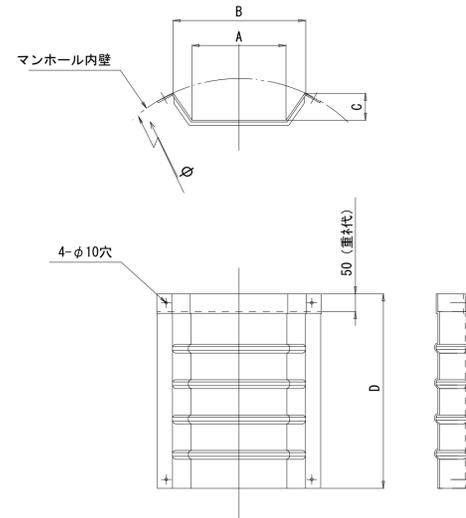

飛散防止板 TA
(点検孔付)

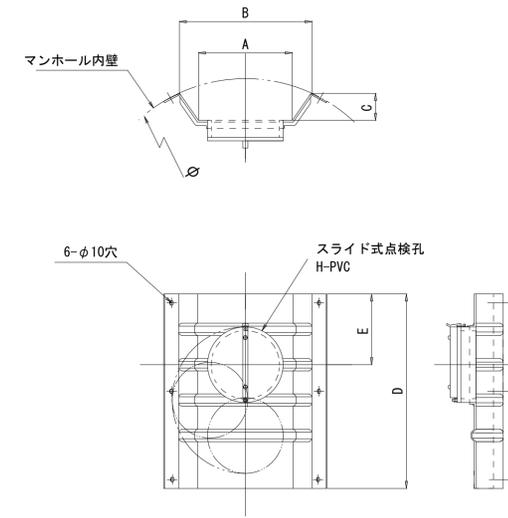

単位mm

品番	A	B	C	D	E
TA/B-100	150	210	43	550	200
TA/B-150/200	265	375	77	550	200


参考

※この図面はA1サイズを原寸とする。


工事名	平成29年度下建公補第3号 白山第2処理分区公共下水道工事		
施工箇所名	津市白山町川口地内		
図面名	副管工詳細図(内副管 飛散防止板)		
縮尺	図示	図面番号	11 / 14
事業所名	津市下水道局下水道建設課		

塩ビ製リブ付小型マンホール構造図 1 / 2
S=1:10





A 型

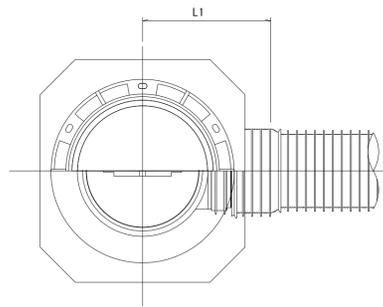

B 型

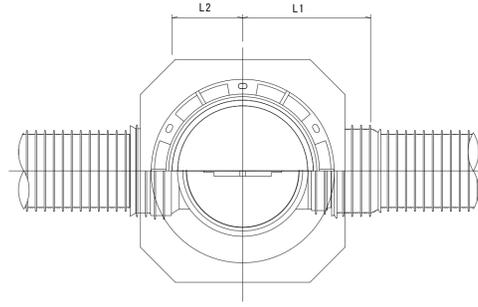

C 型

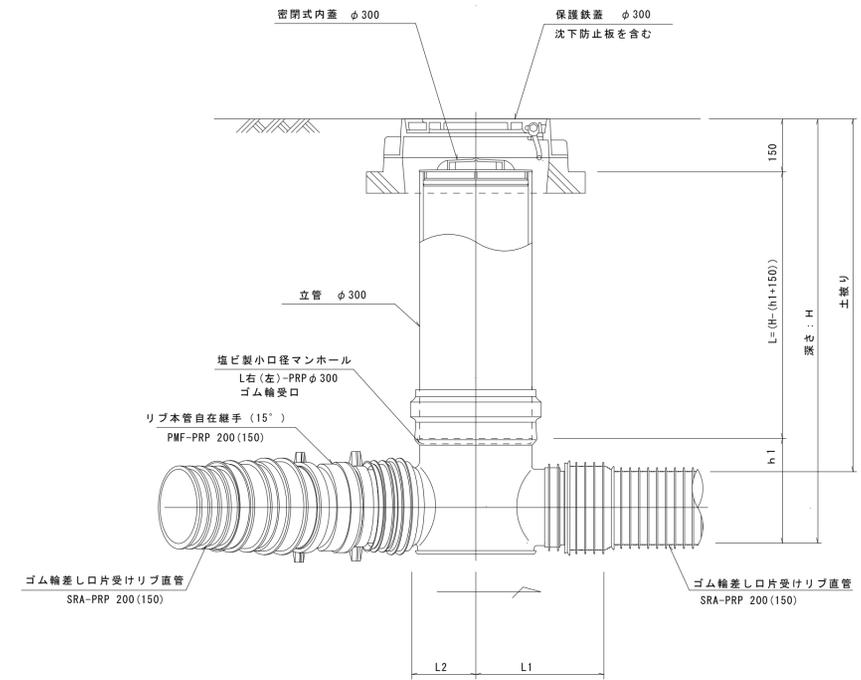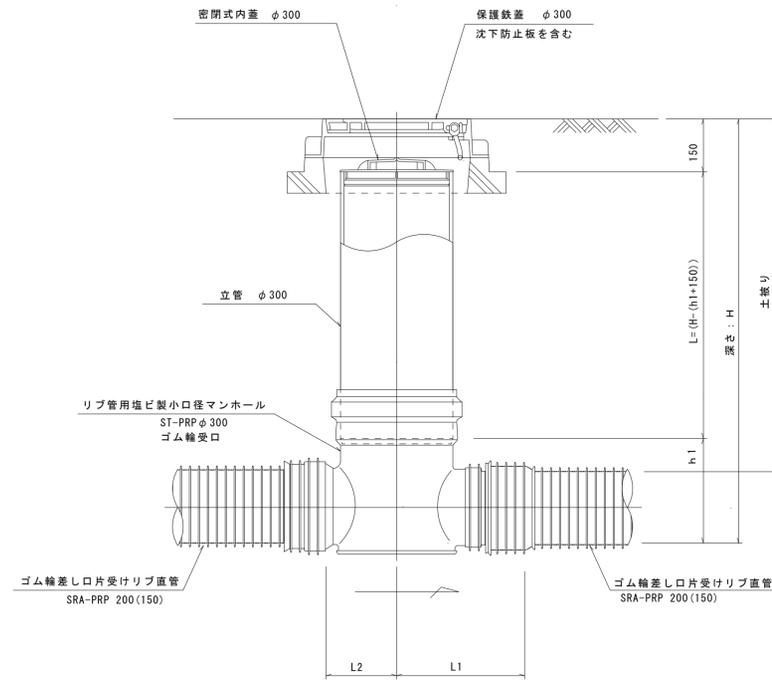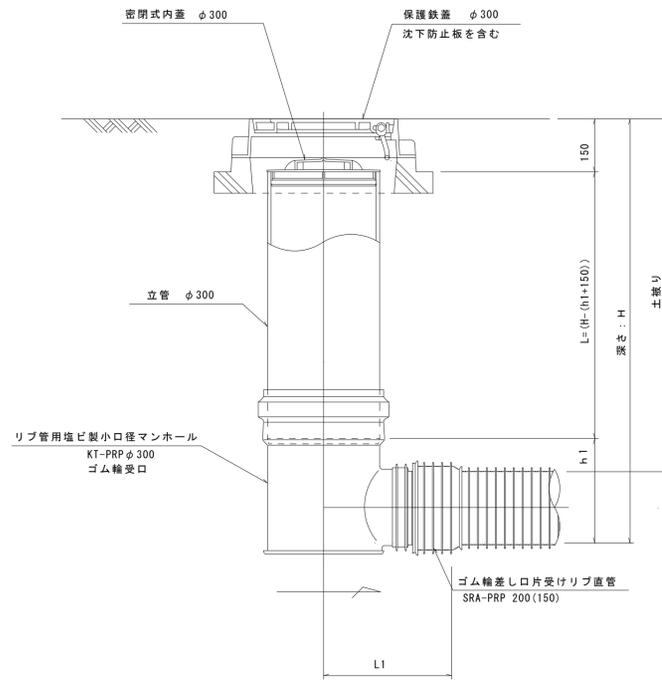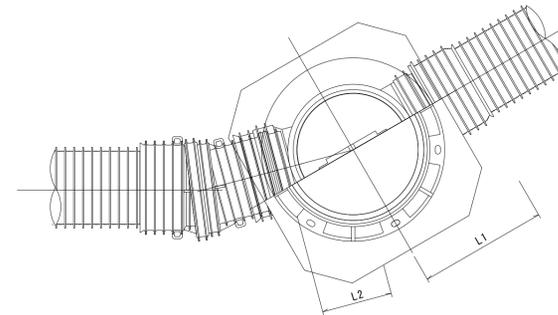

※塩ビマンホールは必要に応じた角度のインパートをを使用すること。


参 考

※この図面はA1サイズを原寸とする。


工 事 名	平成29年度下建公補第3号 白山第2処理分区公共下水道工事		
施工箇所名	津市白山町川口地内		
図 面 名	塩ビ製リブ付小型マンホール構造図 1 / 2		
縮 尺	1/10	図面番号	1 2 / 1 4
事 業 所 名	津市下水道局下水道建設課		

塩ビ製リブ付小型マンホール構造図 2 / 2
S=1:10


D 型

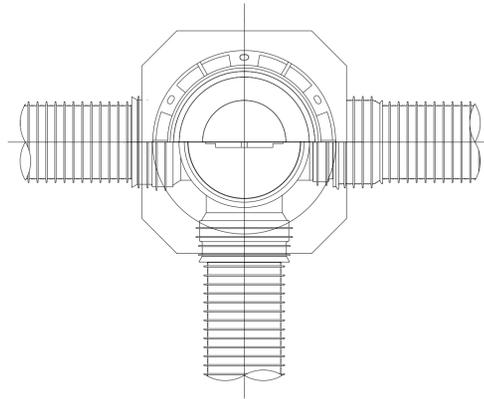




E 型

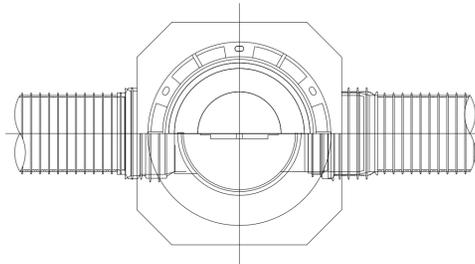


保護鉄蓋 φ300
T-25 (T-14)
津市認定マンホール蓋 (市章入り)

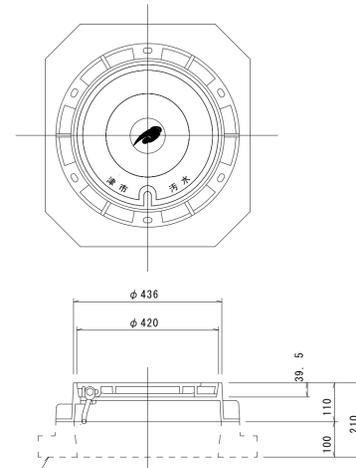

沈下防止板

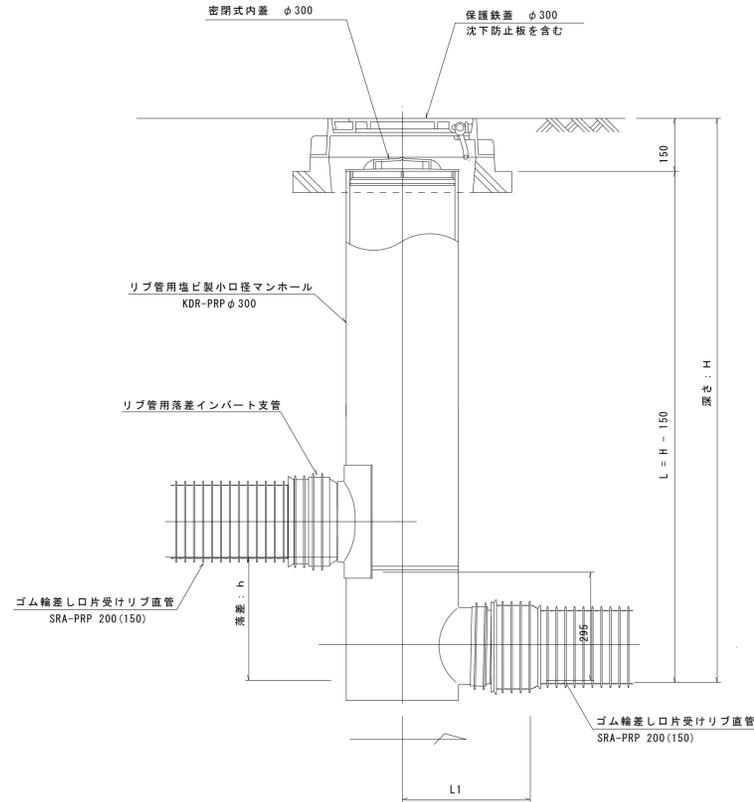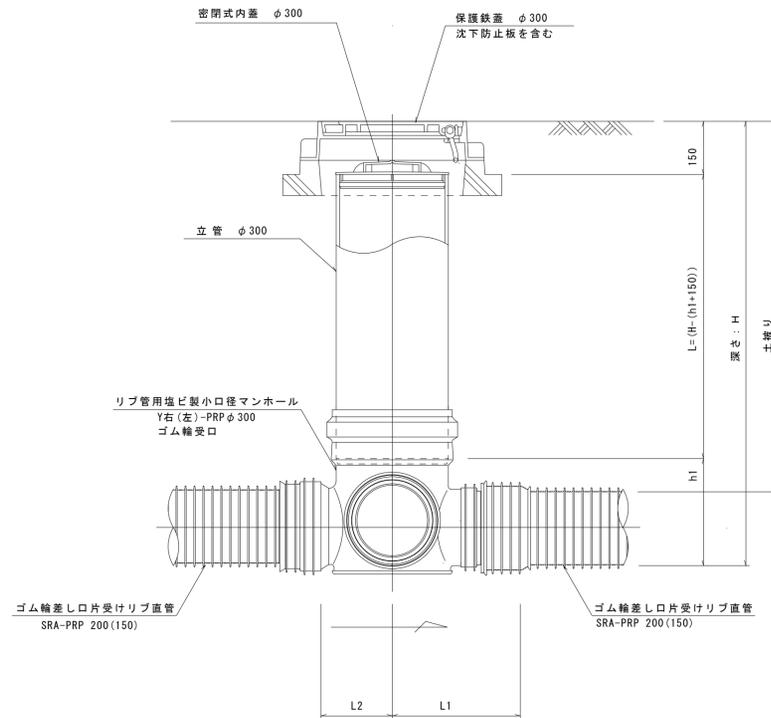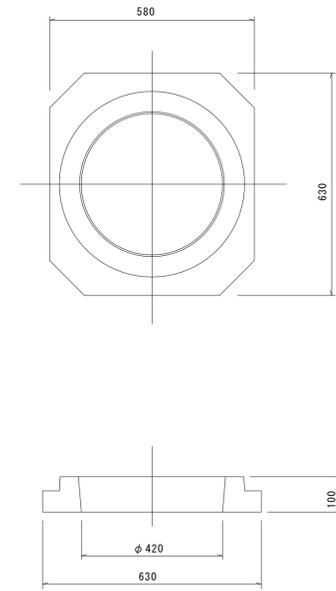

密閉式内蓋
φ300用

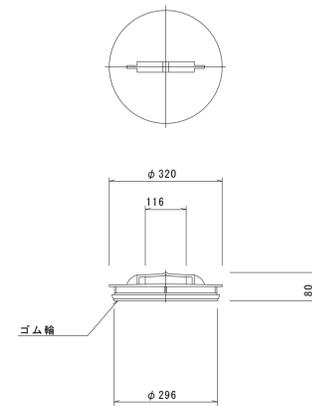

※塩ビマンホールは必要に応じた角度のインパートを使用すること。

参 考


※この図面はA1サイズを原寸とする。			
工 事 名	平成29年度下建公補第3号 白山第2処理分区公共下水道工事		
施工箇所名	津市白山町川口地内		
図 面 名	塩ビ製リブ付小型マンホール構造図 2 / 2		
縮 尺	1/10	図面番号	13 / 14
事 業 所 名	津市下水道局下水道建設課		

取付管布設標準図 S=1/20

(リブ本管)

Aタイプ


官民境界

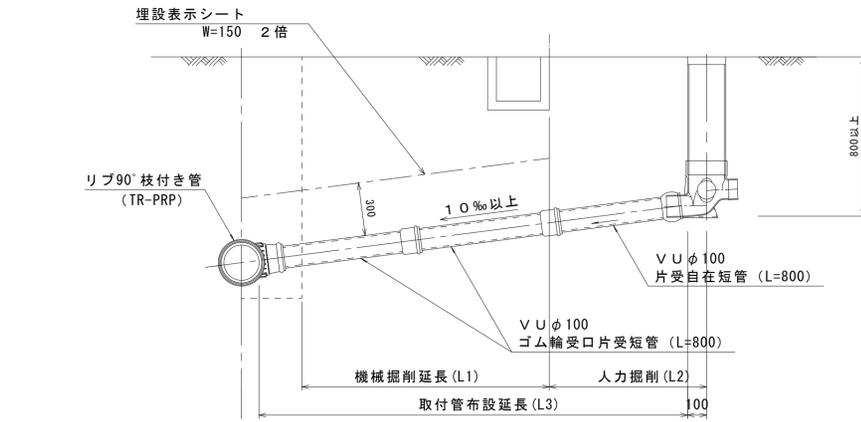

汚水樹 構造図 S=1/5


平面図

(参考)

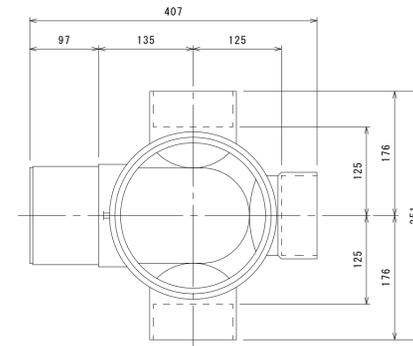


Bタイプ

官民境界

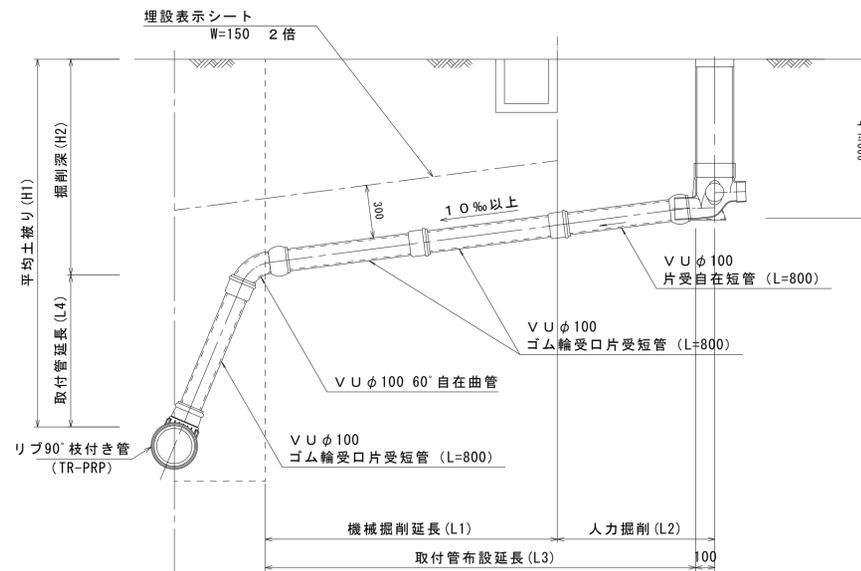

断面図

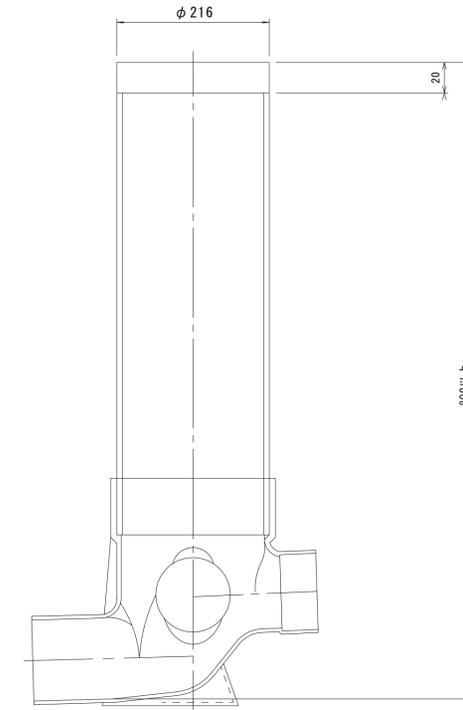

※この図面はA1サイズを原寸とする。

参考

工事名	平成29年度下建公補第3号 白山第2処理分区公共下水道工事		
施工箇所名	津市白山町川口地内		
図面名	取付管布設標準図(リブ本管)		
縮尺	図示	図面番号	14/14
事業所名	津市下水道局下水道建設課		