
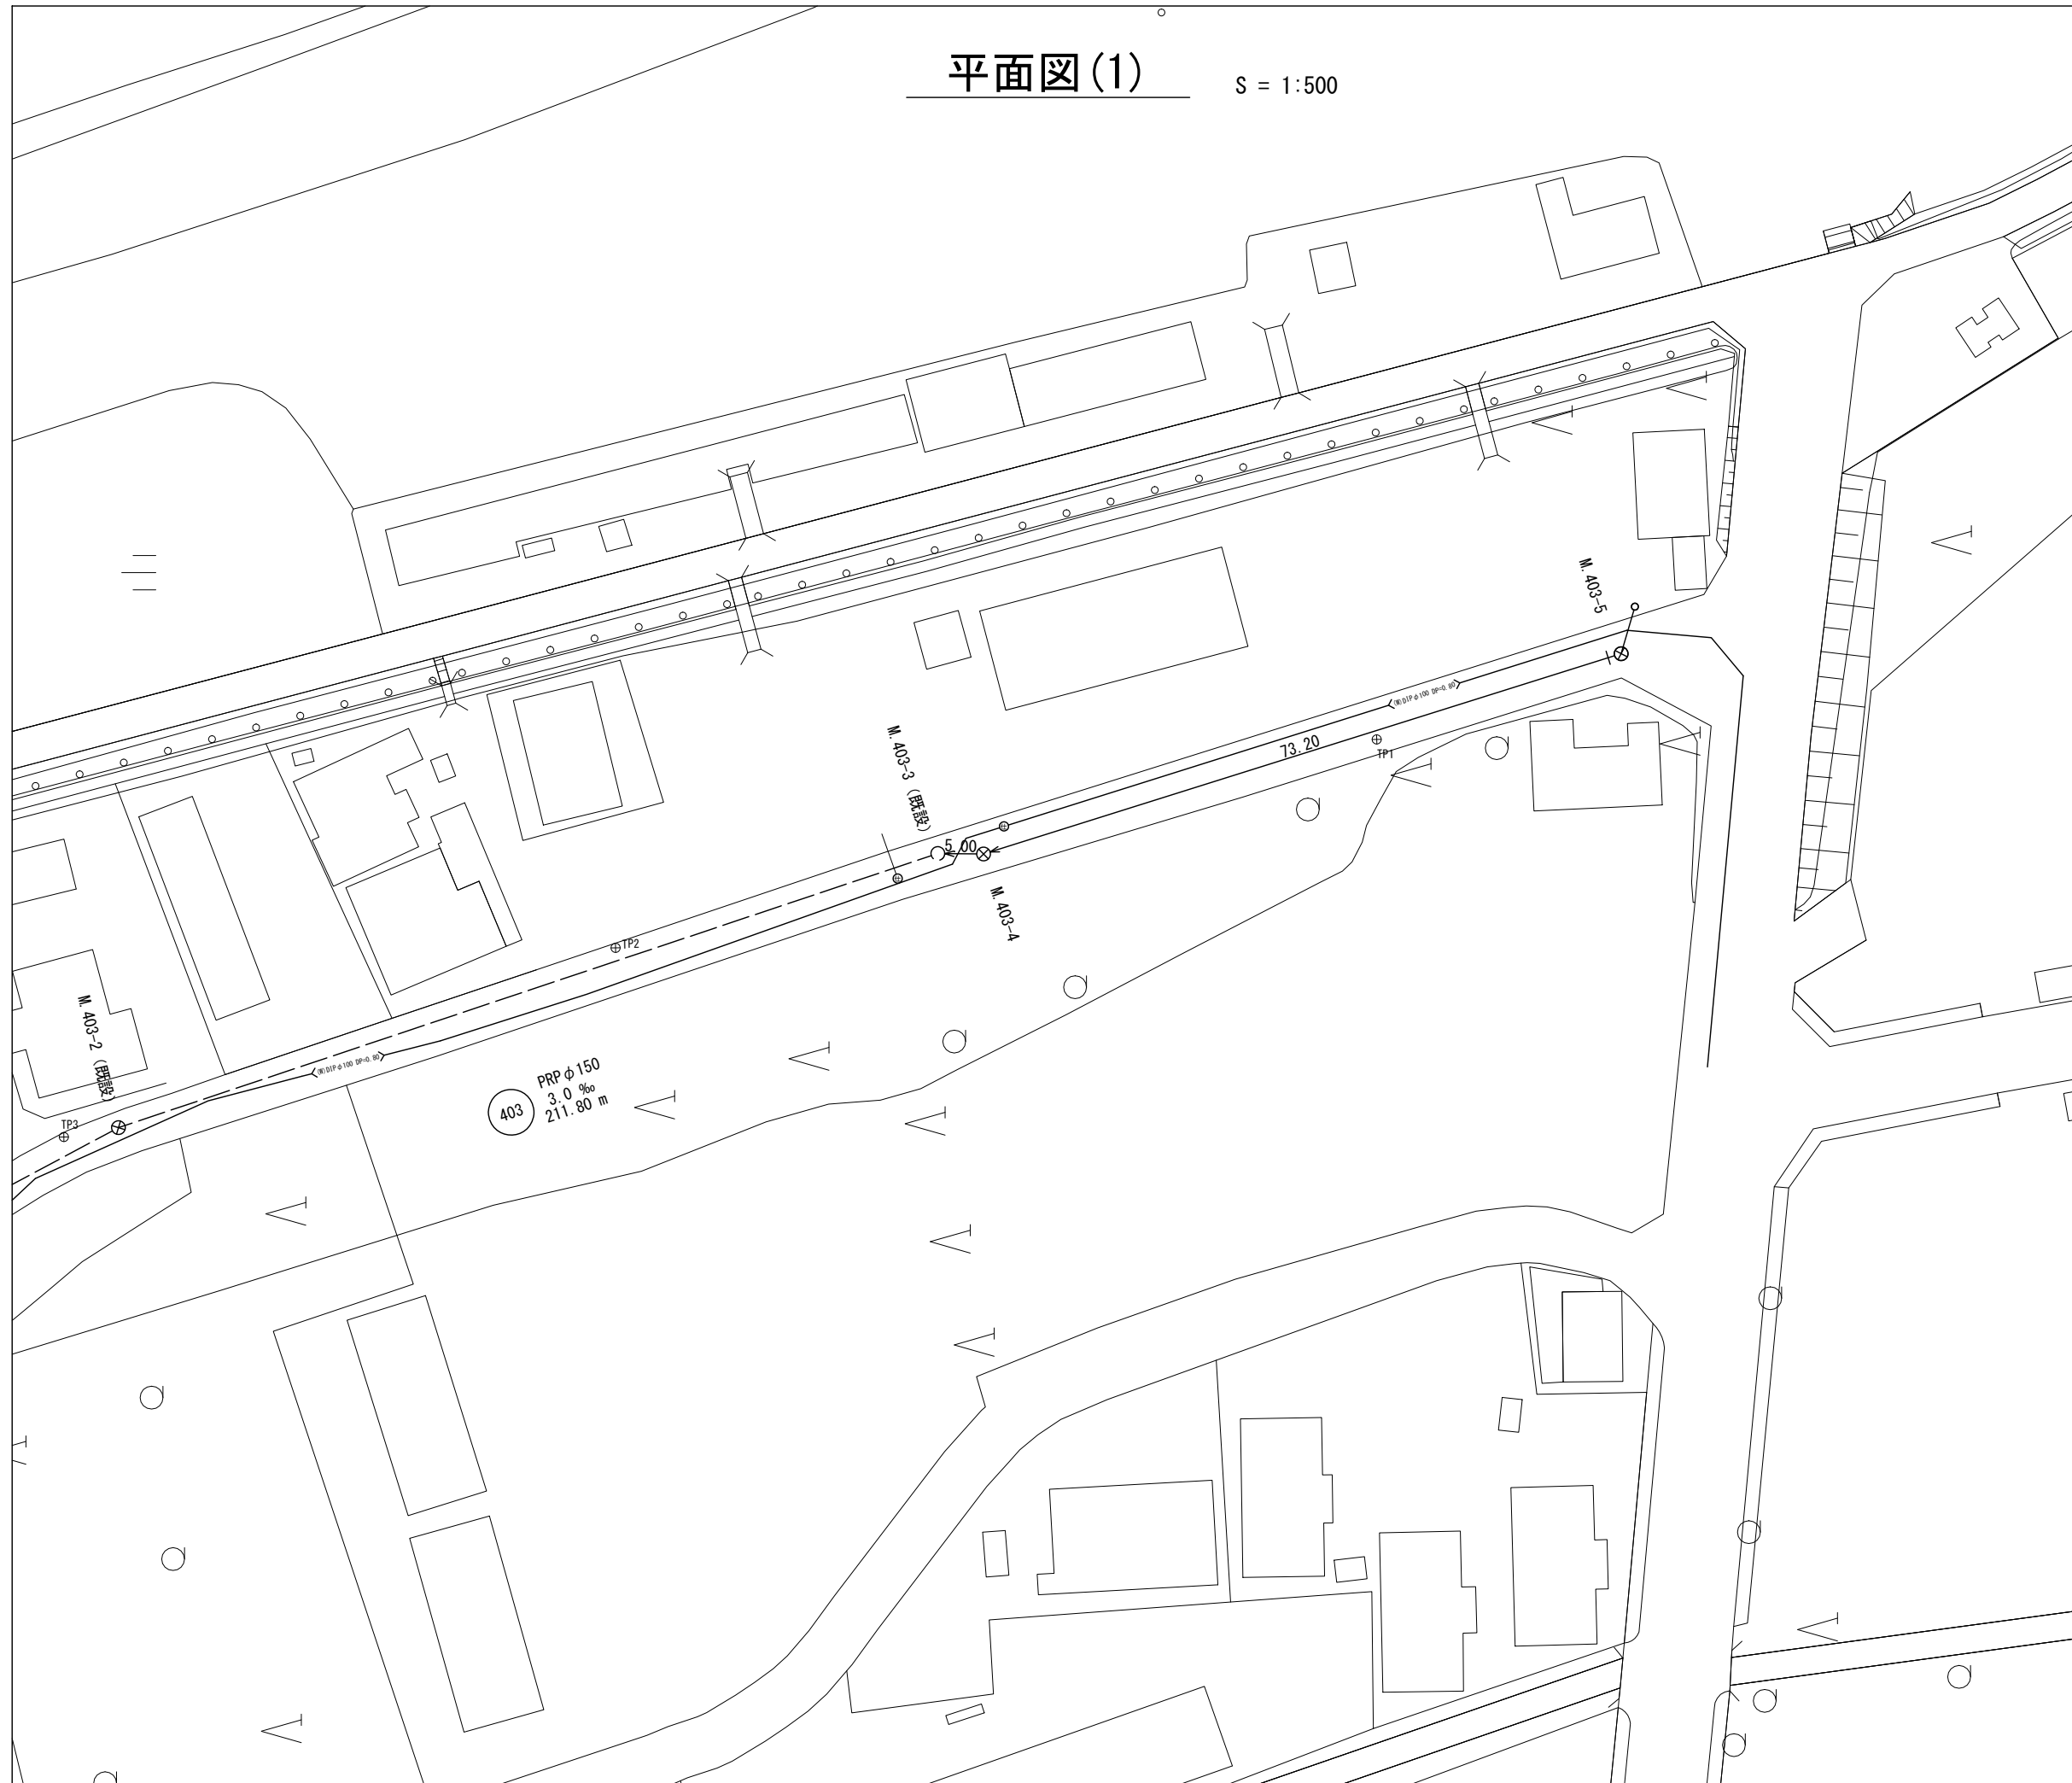


平面図(1)

S = 1:500

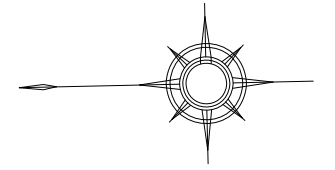



凡 例	
記号	名称
○	組立1号マンホール
⊗	塩ビ製リブ付小型マンホール
←	設計路線
← - -	計画路線
← —	既設路線
○ —	公共汚水樹

※この図面はA2サイズを原寸とする。

工 事 名	平成29年度 下建公補第10号 津第5-1処理分区公共下水道工事(その4)		
施工箇所名	津市 藤方 地内		
図 面 名	平面図(1)		
縮 尺	1 : 500	図面番号	1/11
事業所名	津市下水道局下水道建設課		

平面図(2)

S = 1:500

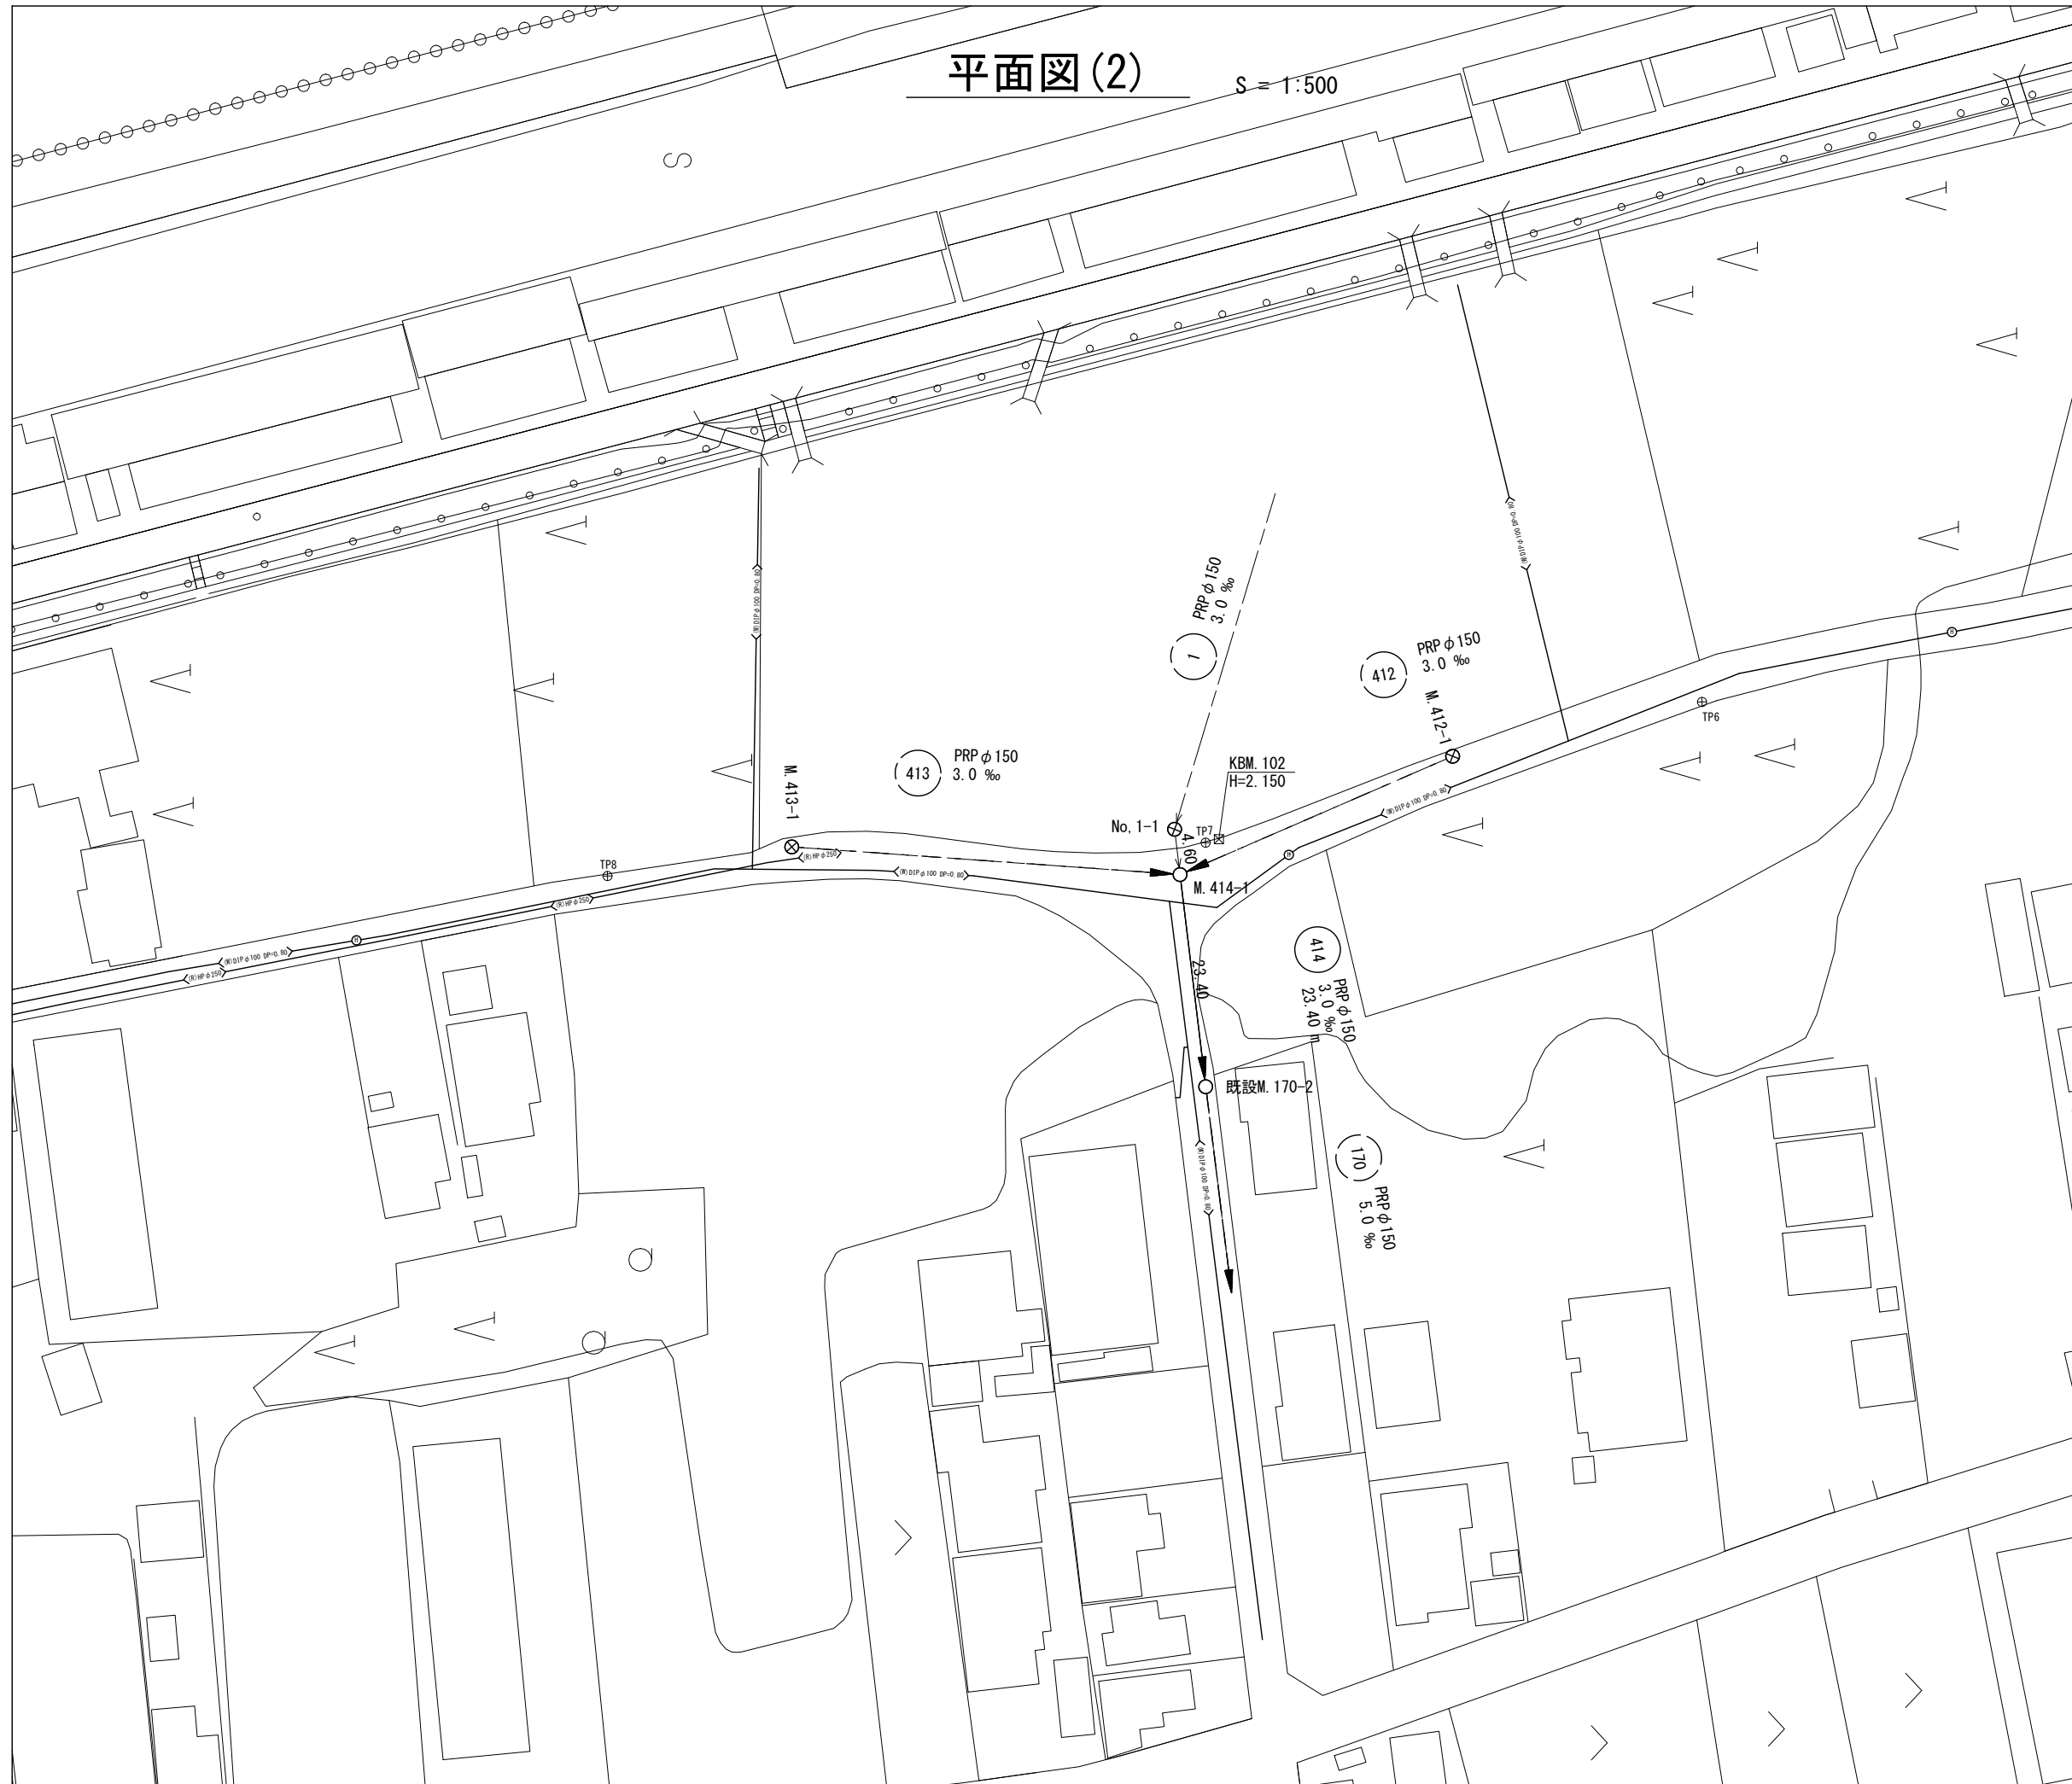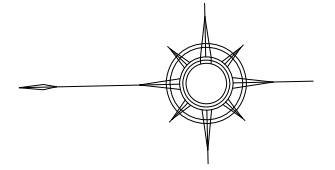


凡 例	
記号	名称
○	組立1号マンホール
⊗	塩ビ製リブ付小型マンホール
→	設計路線
- - -	計画路線
- · -	既設路線
○—	公共汚水樹

※この図面はA2サイズを原寸とする。


工 事 名	平成29年度 下建公補第10号 津第5-1処理分区公共下水道工事(その4)		
施工箇所名	津市 藤方 地内		
図面の種類	平面図(2)		
縮 尺	1 : 500	図面番号	2/11
事業所名	津市下水道局下水道建設課		

縦断面図

縮尺 縦横
1:100
1:500

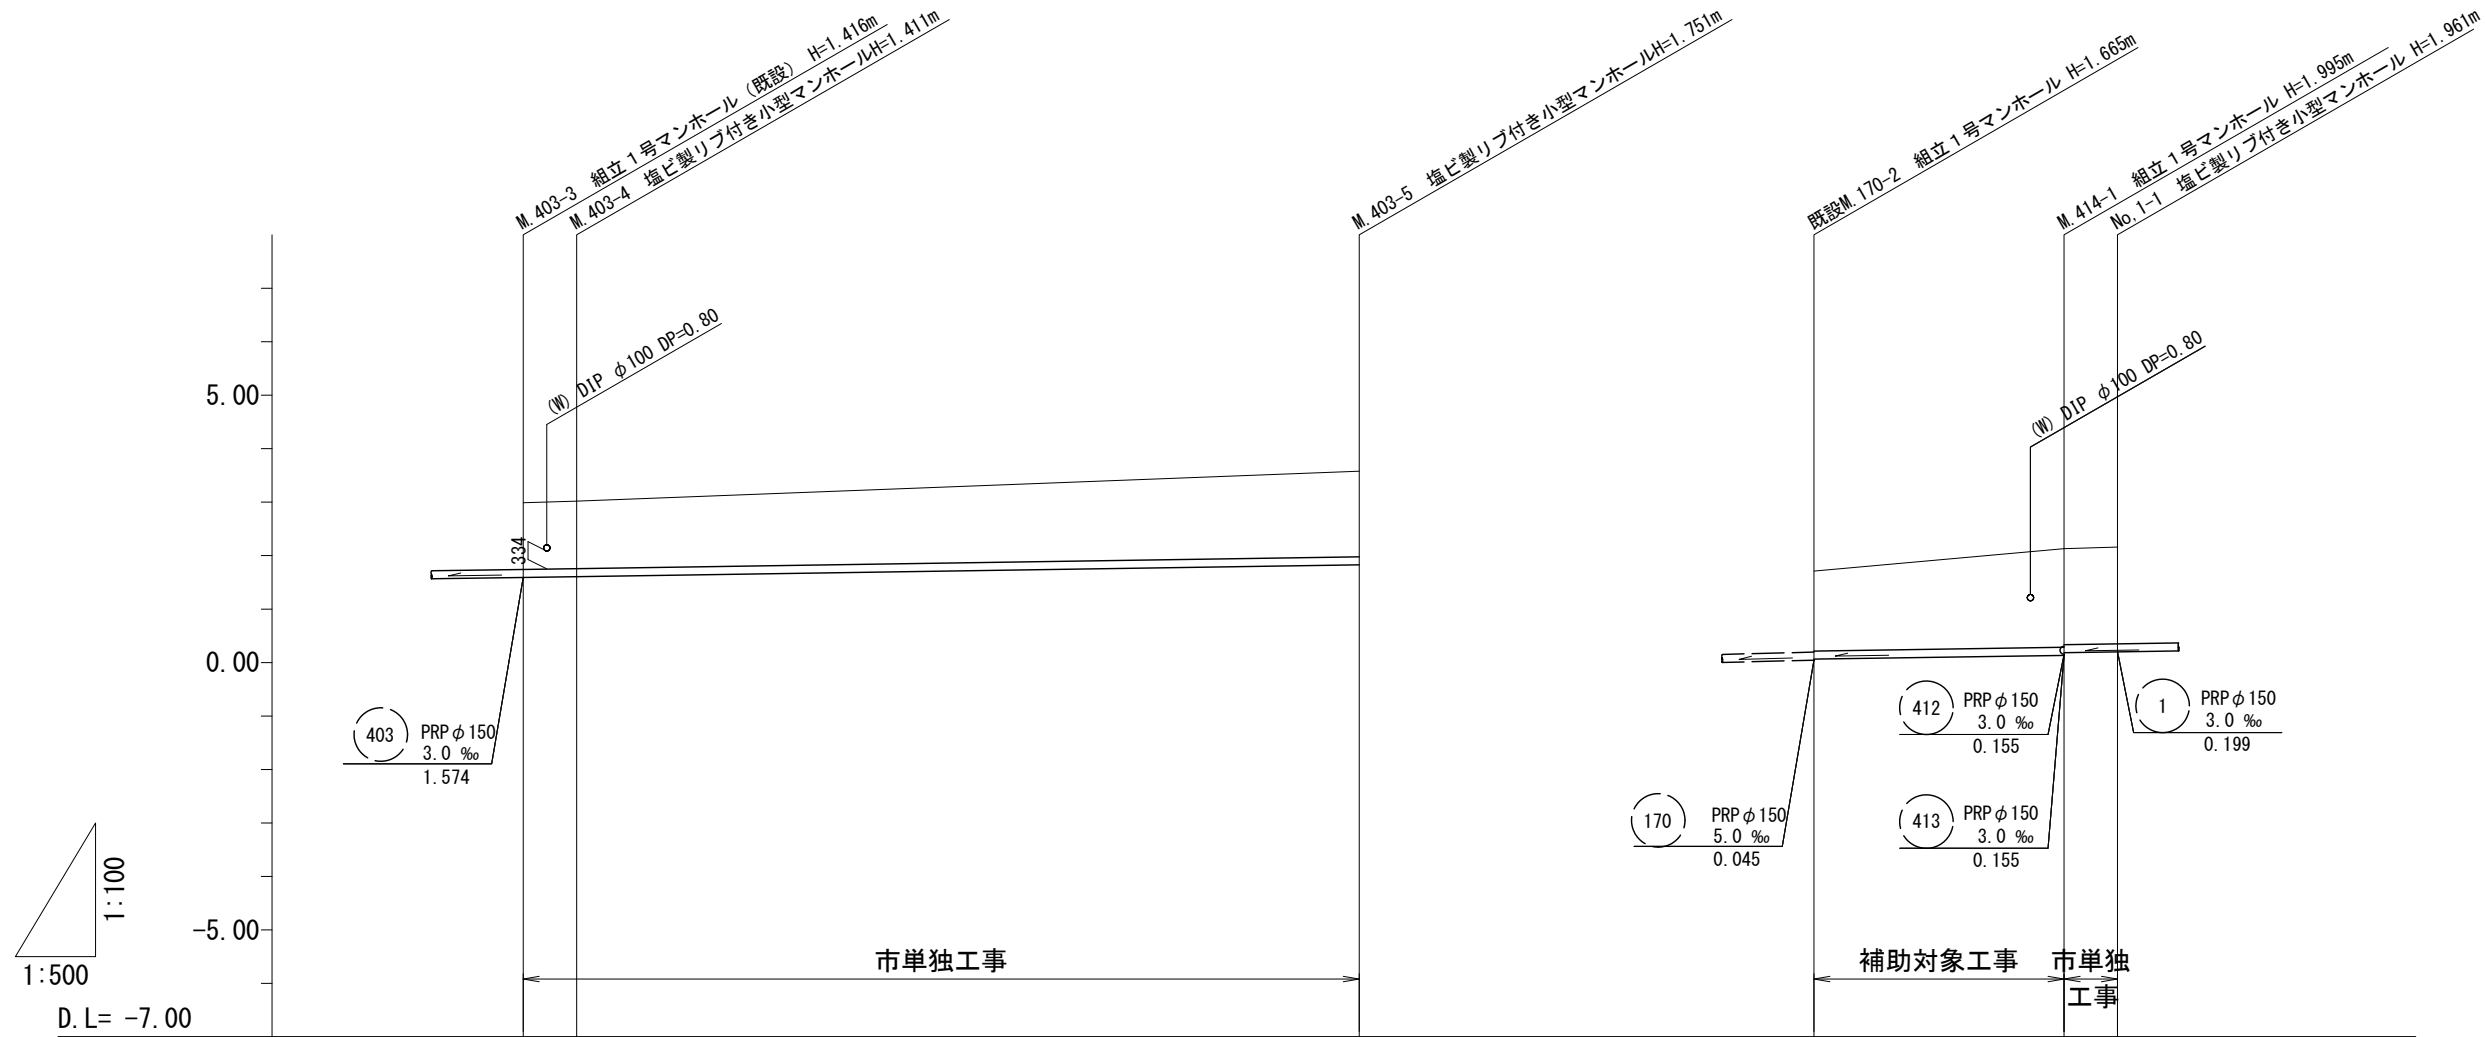

路線記号		PRP φ 150 211.80 m		PRP φ 150 23.40 m	PRP φ 150 5.00m
勾配		3.0‰		3.0‰	
土被り	1.24 1.26		1.60	1.49	1.84 1.79 1.81
掘削深	1.50 1.51		1.85	1.75	2.10 2.05 2.06
管底高	1.594 1.609		1.829	0.065	0.135 0.185 0.199
地盤高	2.99 3.02		3.58	1.71	2.13 2.16
追加距離	133.60 138.60		211.80	0.00	23.40 28.00
単距離	0.00 5.00		73.20	0.00	23.40 4.60
測点	M.403-3 M.403-4		M.403-5	既設 M.170-2	M.414-1 No.1-1

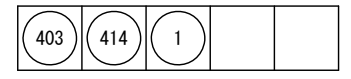


※この図面はA2サイズを原寸とする。

工事名	平成29年度 下建公補第10号 津第5-1処理分区公共下水道工事(その4)		
施工箇所名	津市 藤方 地内		
図面の種類	縦断面図		
縮尺	図示	図面番号	3/11
事業所名	津市下水道局下水道建設課		

横断面図


S = 1:100

403 M. 403-4
GH=3.02
FH=1.609

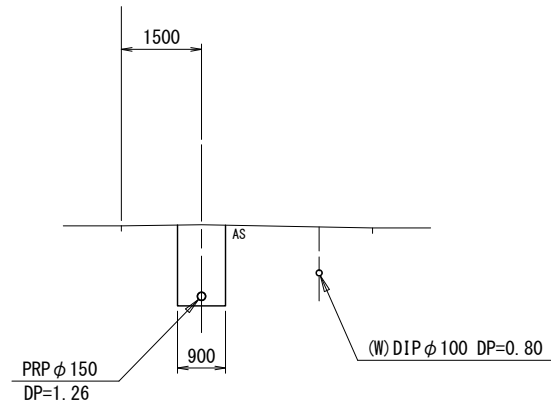


DL=-1.00

414 M. 170-2+5.0
GH=1.75
FH=0.080

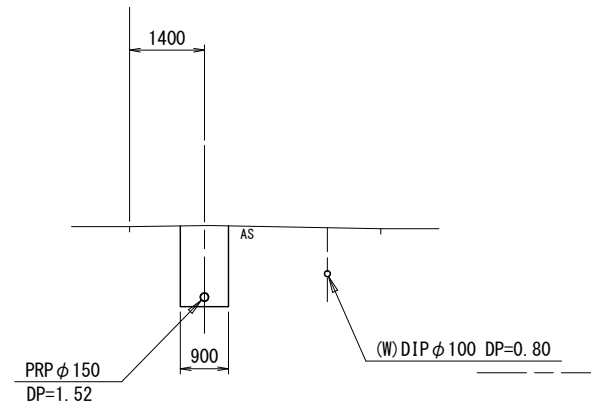

DL=-1.00

403 M. 403-5
GH=3.58
FH=1.829

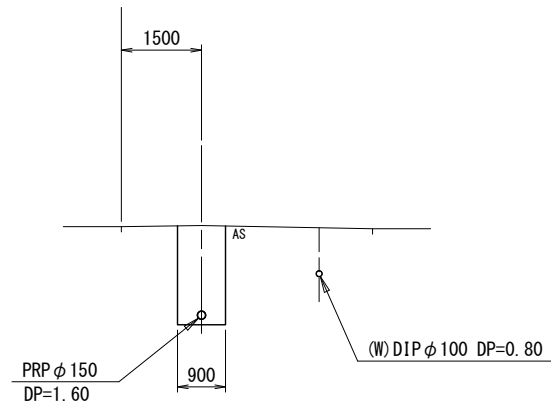


DL=-1.00

※この図面はA2サイズを原寸とする。

工事名	平成29年度 下建公補第10号 津第5-1処理分区公共下水道工事(その4)		
施工箇所名	津市 藤方 地内		
図面名	横断面図		
縮尺	1:100	図面番号	4/11
事業所名	津市下水道局下水道建設課		

本管布設詳細図 S=1/30

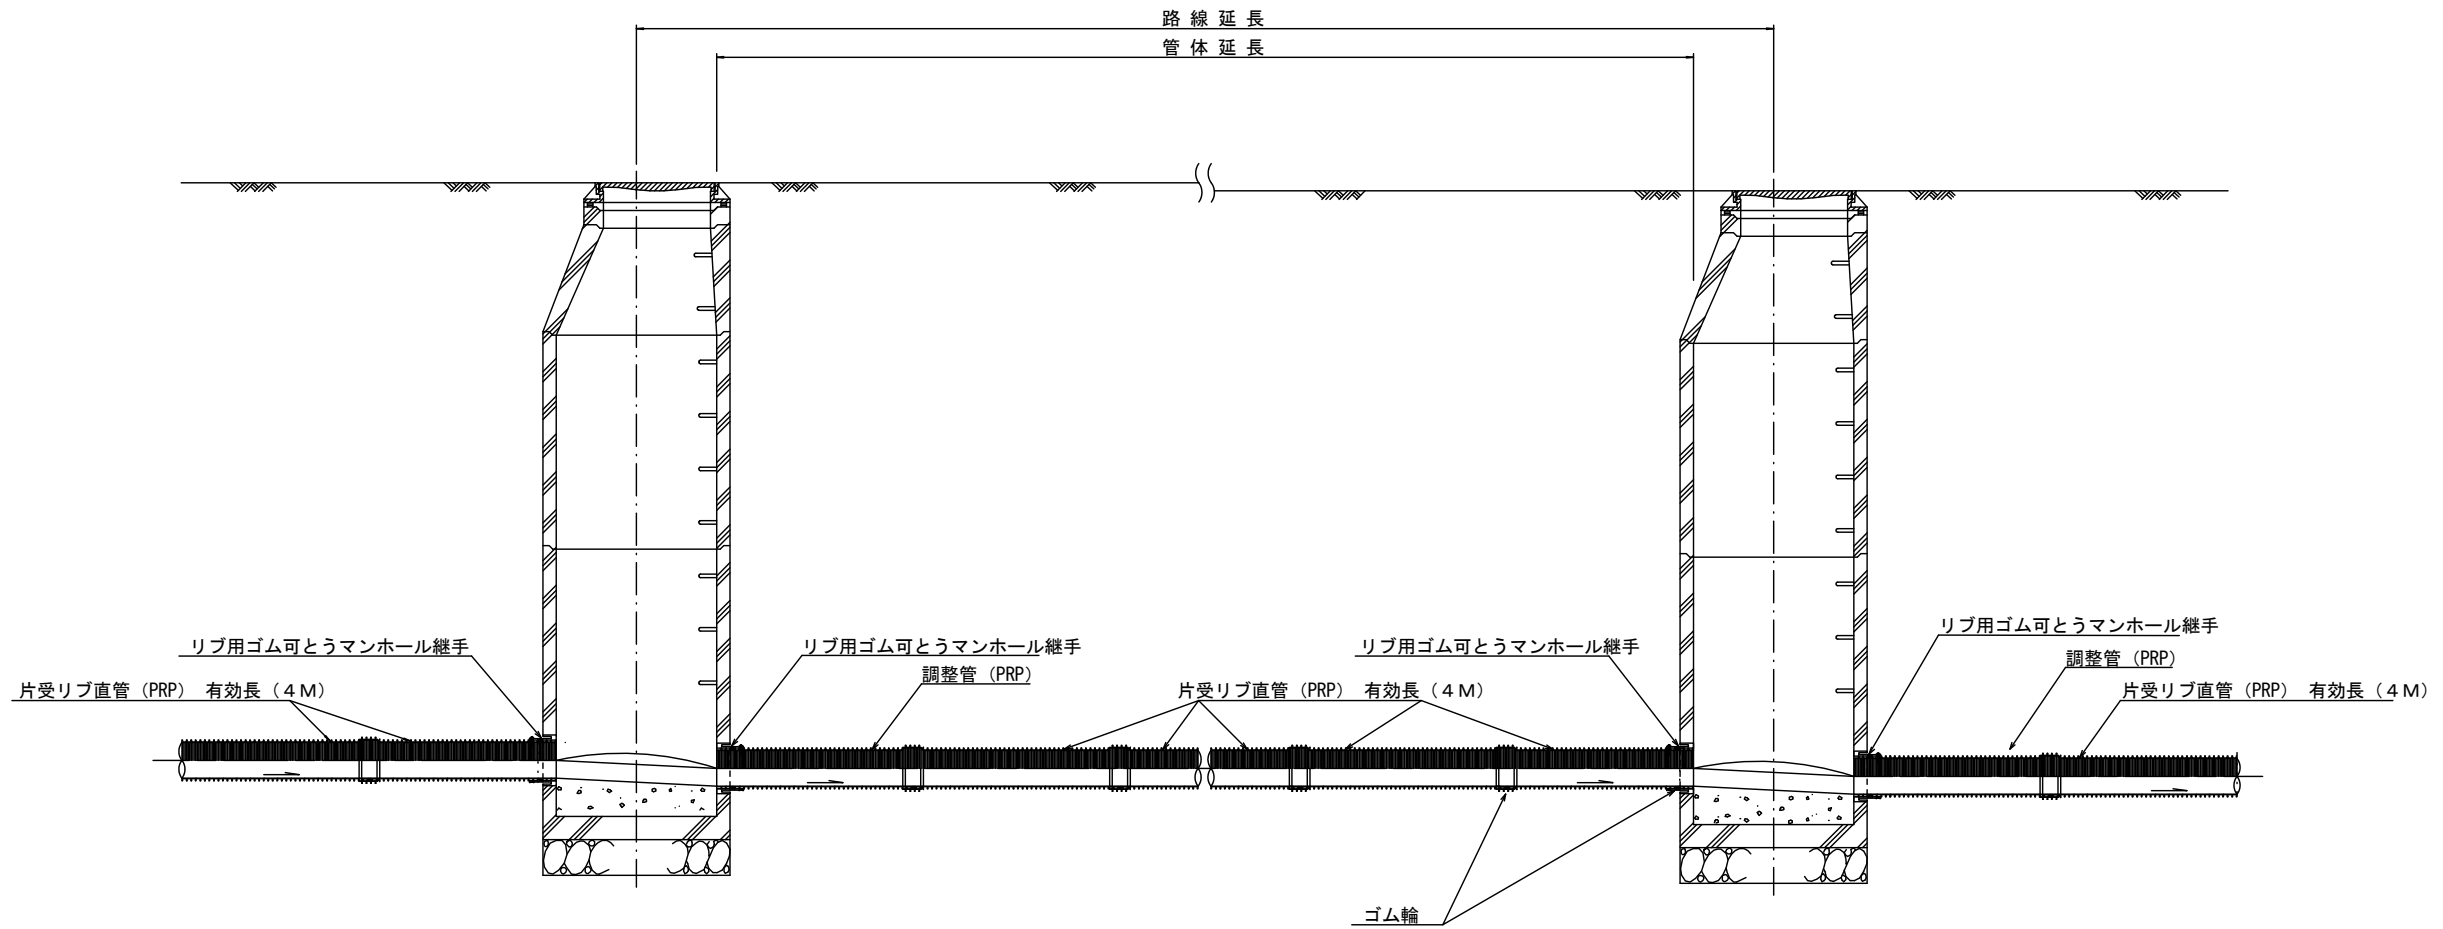

注) 調整管が1.0m未満の場合は、1.0mで切断をし片受直管で長さを調整する。


※この図面はA2サイズを原寸とする。

参考

工事名	平成29年度 下建公補第10号 津第5-1処理分区公共下水道工事(その4)		
施工箇所名	津市 藤方 地内		
図面名	本管布設詳細図		
縮尺	1:30	図面番号	5/11
事業所名	津市下水道局下水道建設課		


土工定規図 S=1/20

(リブ本管) 参考

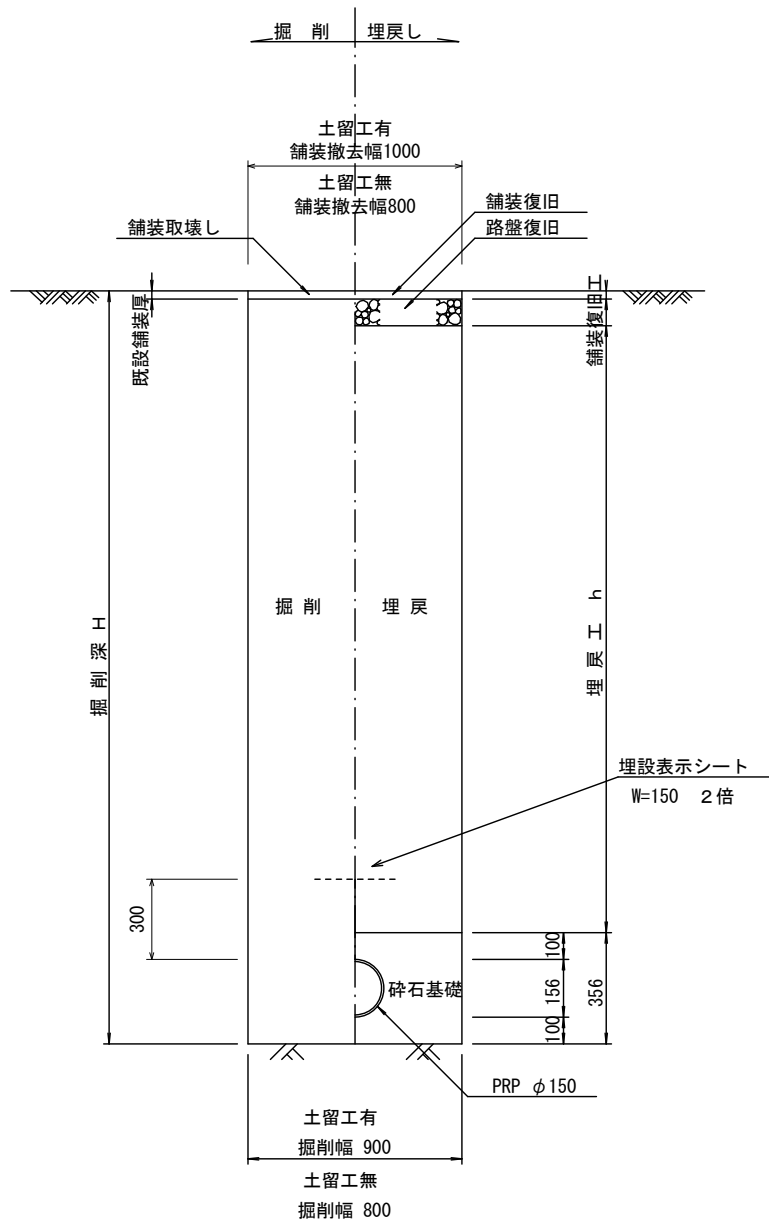


取付管土工定規図 S=1/20

参考

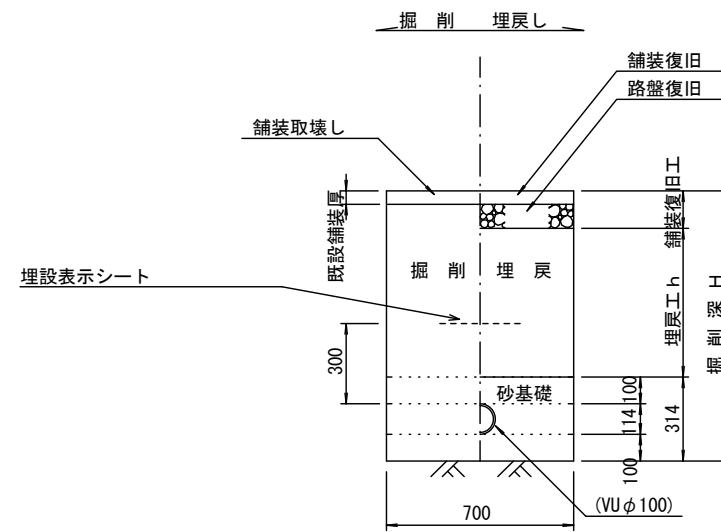

舗装復旧工 S=1/20

市道部

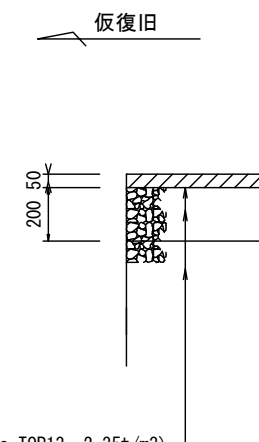

表層(再生密粒度As TOP13 2.35t/m³)
 プライムコート(PK-3)
 路盤(再生砕石 RC-40)
 埋戻(再生砕石 RC-40)

※この図面はA2サイズを原寸とする。


参考

工事名	平成29年度 下建公補第10号 津第5-1処理分区公共下水道工事(その4)		
施工箇所名	津市 藤方 地内		
図面名	土工定規図(リブ管) 取付管土工定規図 舗装復旧工		
縮尺	図示	図面番号	6/11
事業所名	津市下水道局下水道建設課		


土留工標準図 (参考)

(軽量金属支保材使用の場合)

断面図 S=1:20

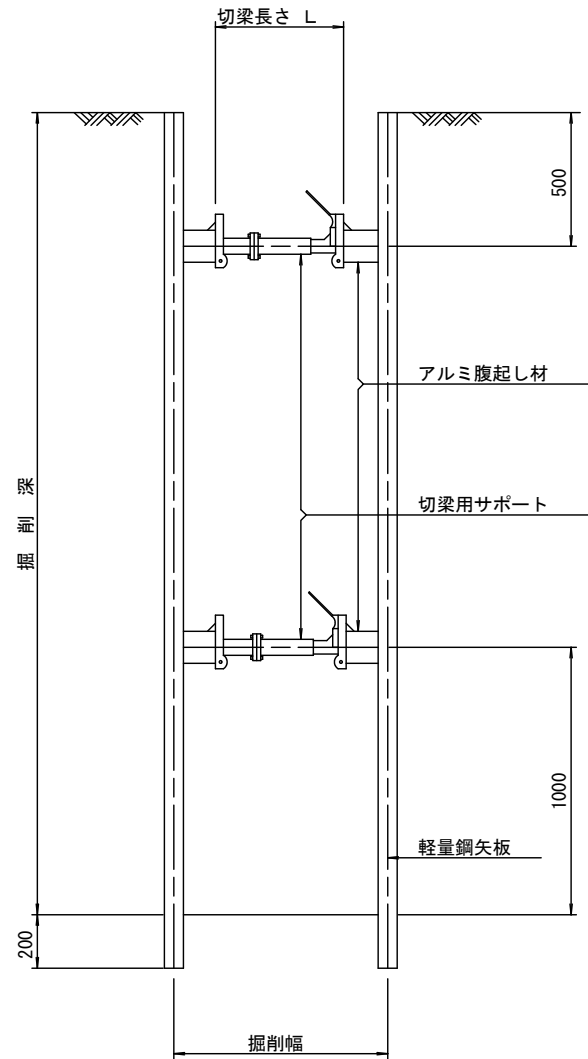

軽量鋼矢板 標準図 S=1:5

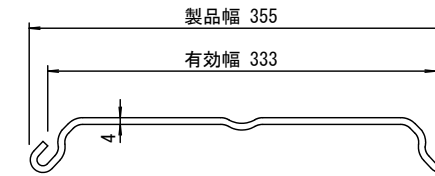


支保工段数表

掘削深 (m)	矢板長 (m)	支保工段数 (段)
$1.5 < H \leq 1.8$	2.0	1
$1.8 < H \leq 2.0$	2.5	1
$2.0 < H \leq 2.3$	2.5	2
$2.3 < H \leq 2.8$	3.0	2
$2.8 < H \leq 3.3$	3.5	2
$3.3 < H \leq 3.5$	4.0	2
$3.5 < H \leq 3.8$	4.0	3

※ マンホール部掘削時には、掘削深に応じた軽量鋼矢板を使用すること。

平面図 S=1:20








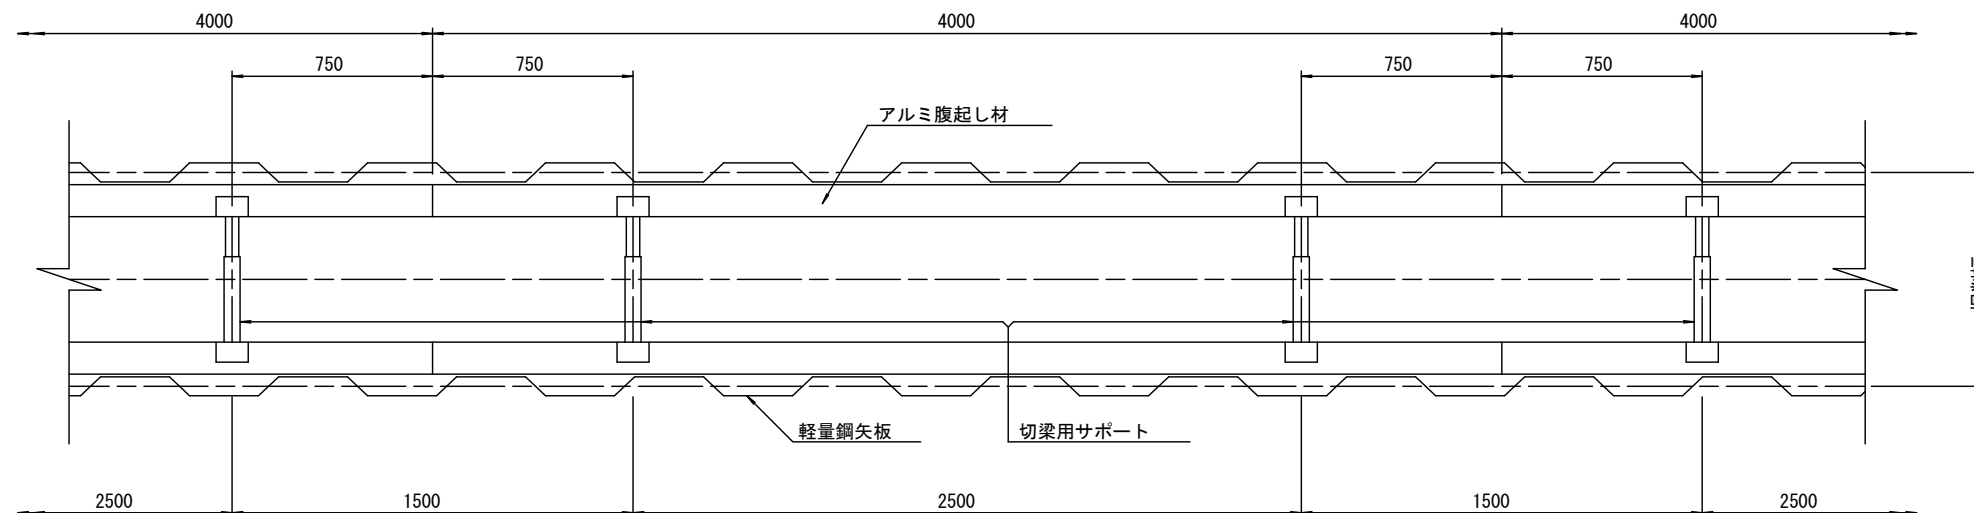


参考

※この図面はA2サイズを原寸とする。

工事名	平成29年度 下建公補第10号 津第5-1処理分区公共下水道工事(その4)		
施工箇所名	津市 藤方 地内		
図面名	土留工標準図 (軽量金属支保材使用の場合)		
縮尺	図示	図面番号	7/11
事業所名	津市下水道局下水道建設課		

組立1号マンホール構造図

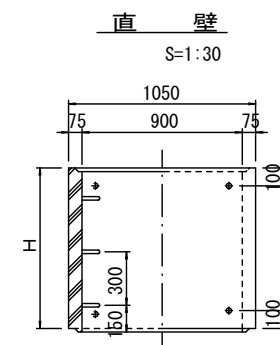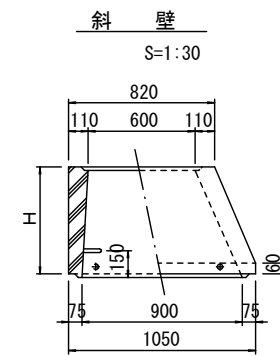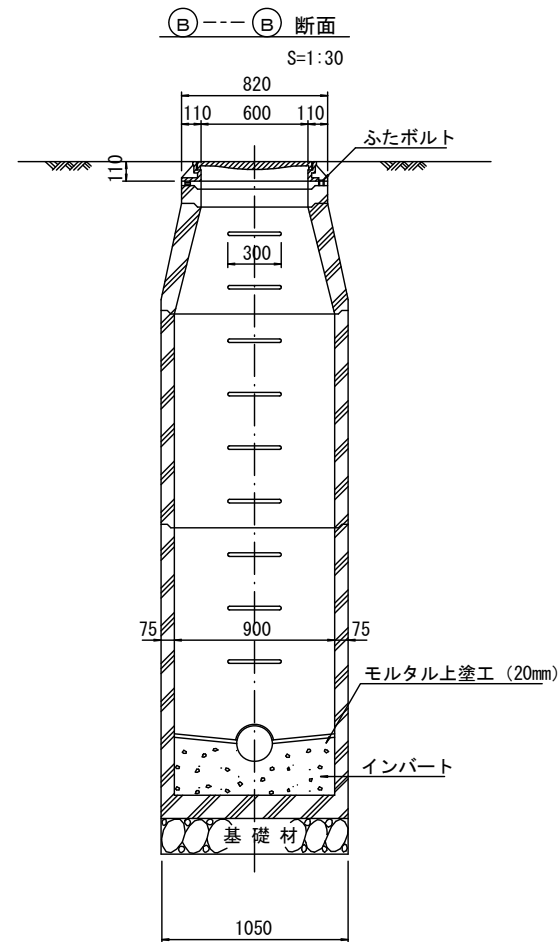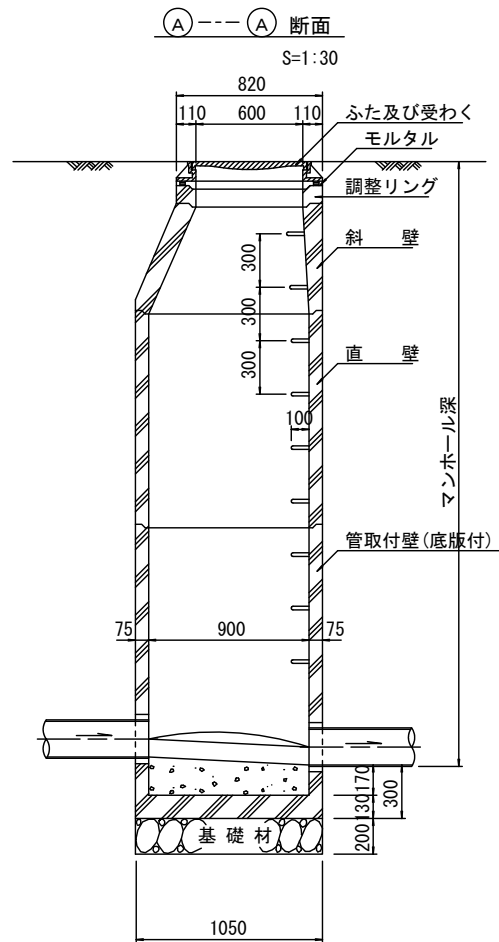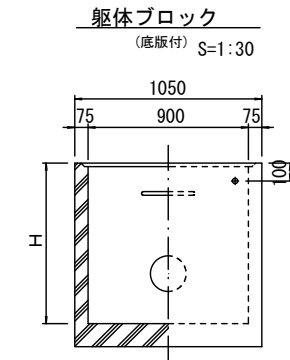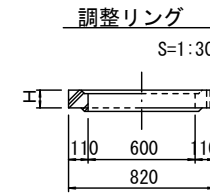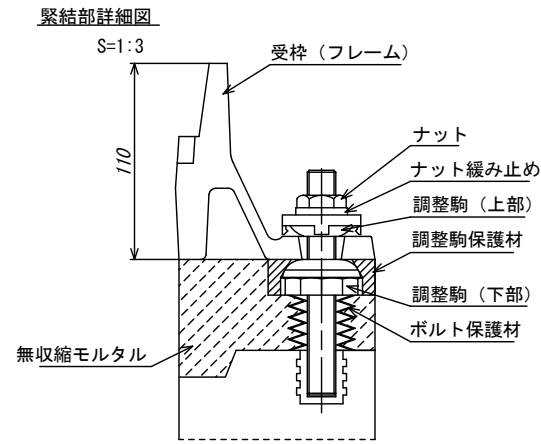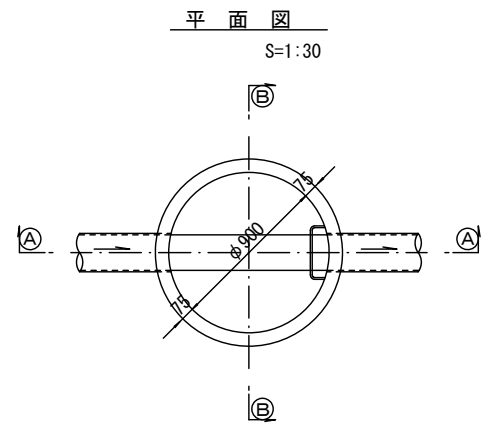

寸法表

種類	H (mm)					
	50	100	150	300	450	600
調整リング						
斜壁						
直壁						
管取付壁						

※鉄蓋の仕様については、津市認定マンホール蓋（市章入り）とする。







参考

※この図面はA2サイズを原寸とする。

工事名	平成29年度 下建公補第10号 津第5-1処理分区公共下水道工事(その4)		
施工箇所名	津市 藤方 地内		
図面名	組立1号マンホール構造図		
縮尺	図示	図面番号	8/11
事業所名	津市下水道局下水道建設課		

リブ管用塩ビ製小口径マンホール構造図 1 / 2

S=1:15

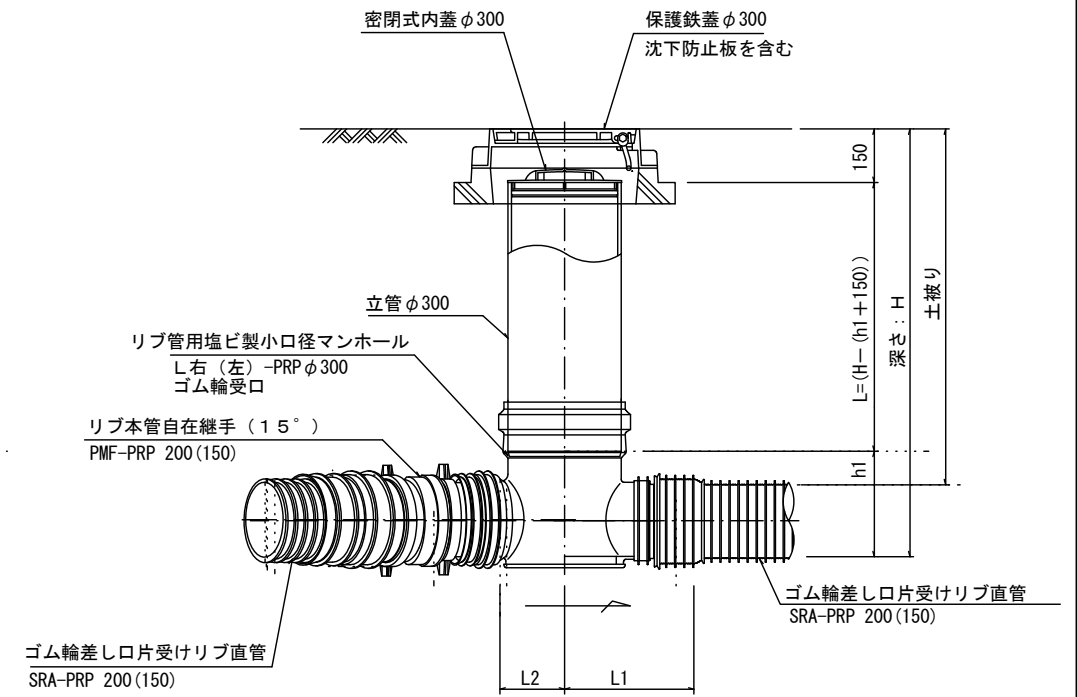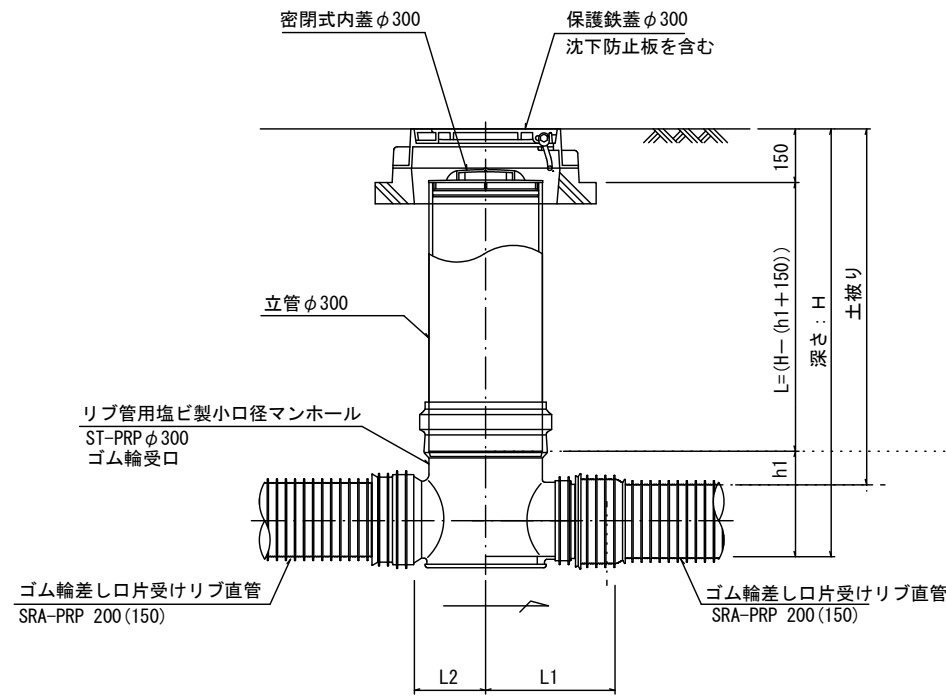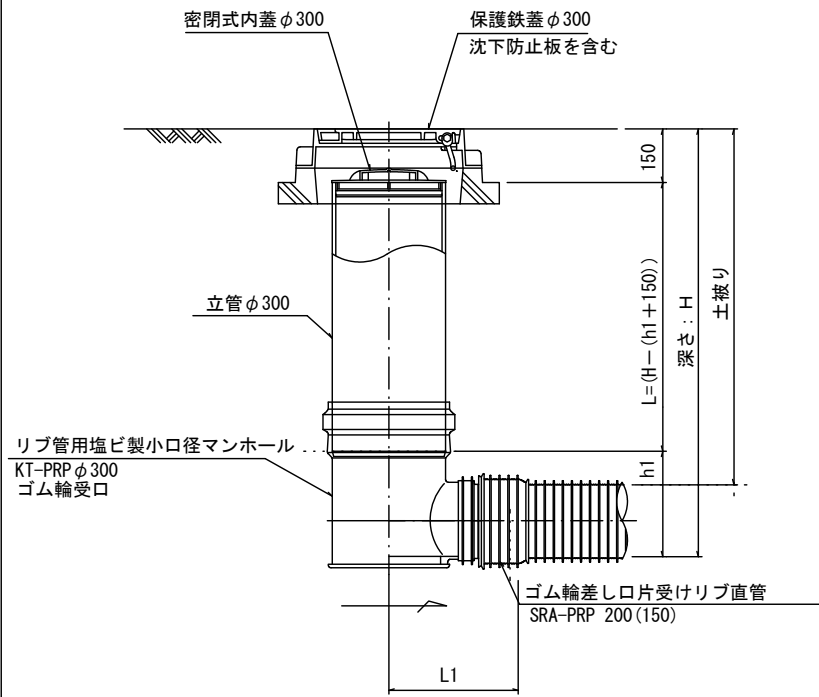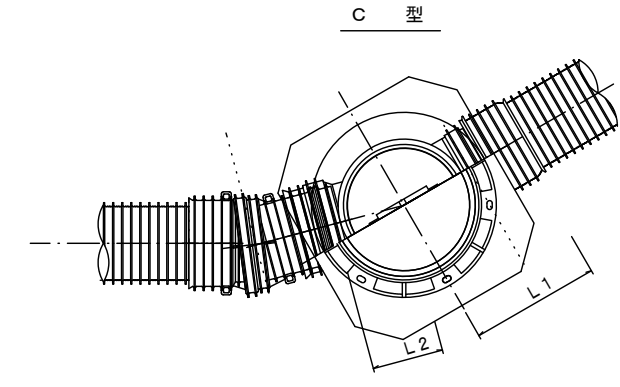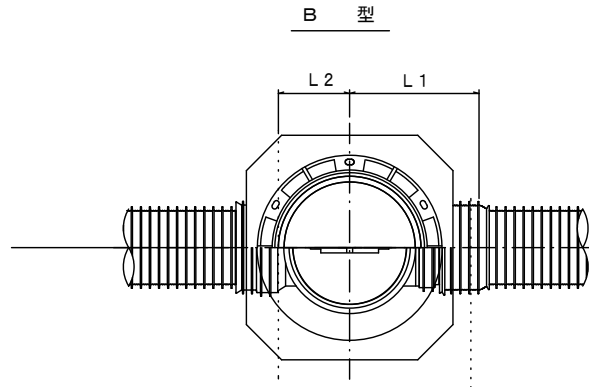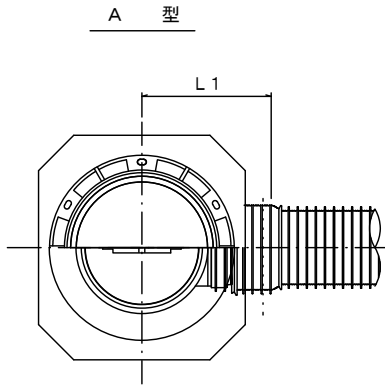

※塩ビマンホールは必要に応じた角度のインパットを使用すること。


※この図面はA2サイズを原寸とする。 参考

工事名	平成29年度 下建公補第10号 津第5-1処理分区公共下水道工事(その4)		
施工箇所名	津市 藤方 地内		
図面名	リブ管用塩ビ製小口径マンホール構造図1/2		
縮尺	1:15	図面番号	9/11
事業所名	津市下水道局下水道建設課		


リブ管用塩ビ製小口径マンホール構造図2/2

S=1:15



D 型

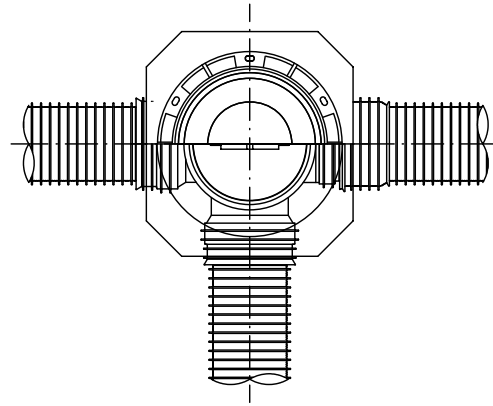





E 型

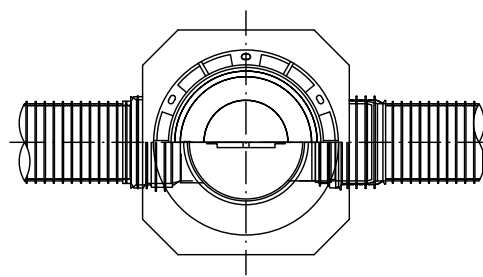


保護鉄蓋 φ300
T-25 (T-14)
津市認定マンホール蓋 (市章入り)

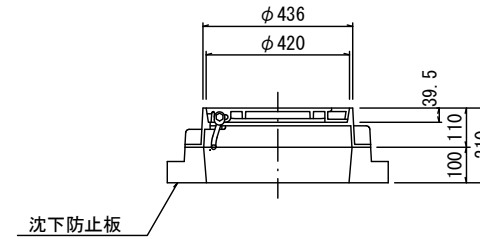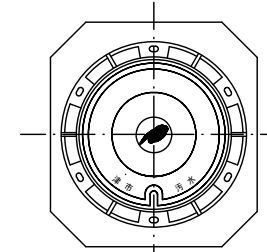

沈下防止板

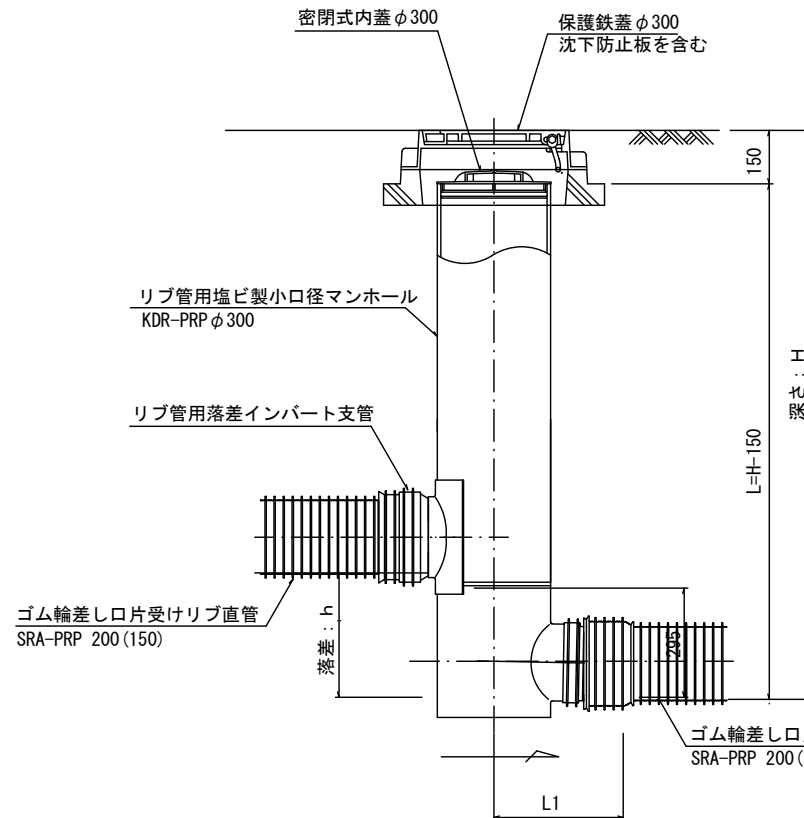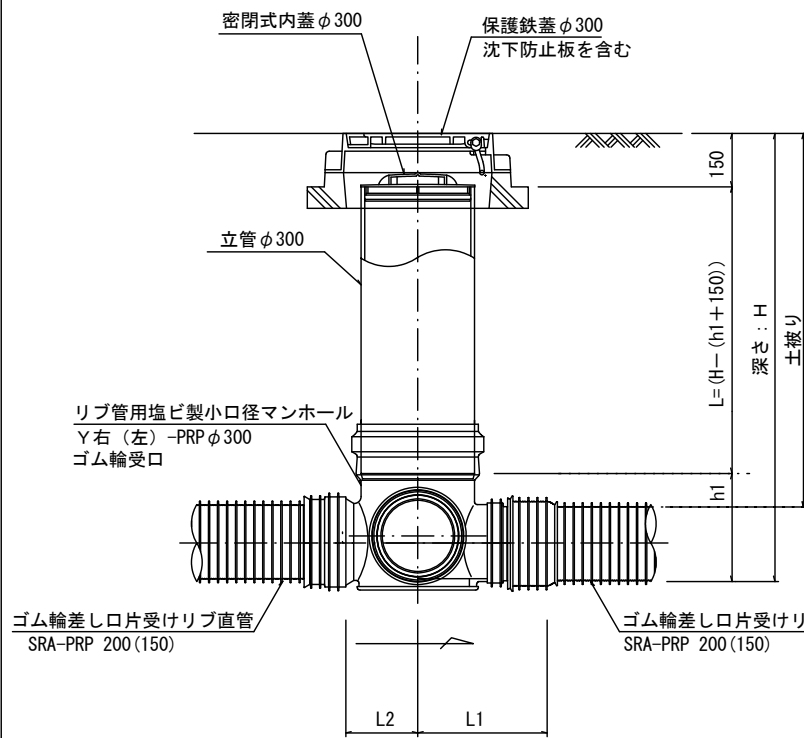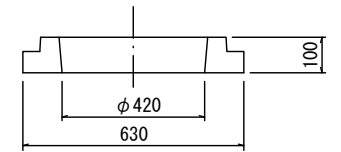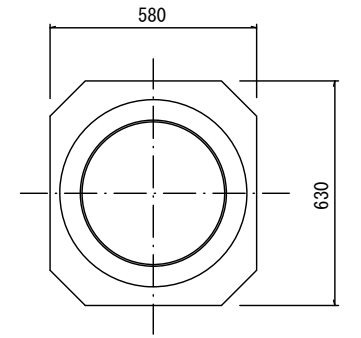

密閉式内蓋
φ300用

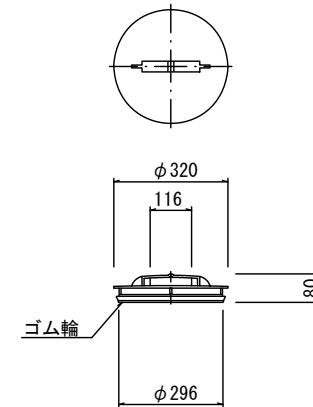

※塩ビマンホールは必要に応じた角度のインパルトを使用すること。

参考

※この図面はA2サイズを原寸とする。

工事名	平成29年度 下建公補第10号 津第5-1処理分区公共下水道工事(その4)		
施工箇所名	津市 藤方 地内		
図面名	リブ管用塩ビ製小口径マンホール構造図2/2		
縮尺	1:15	図面番号	10/11
事業所名	津市下水道局下水道建設課		

取付管布設標準図


(リブ本管)

S=1:20

污水枡 構造図


S=1:5

Aタイプ

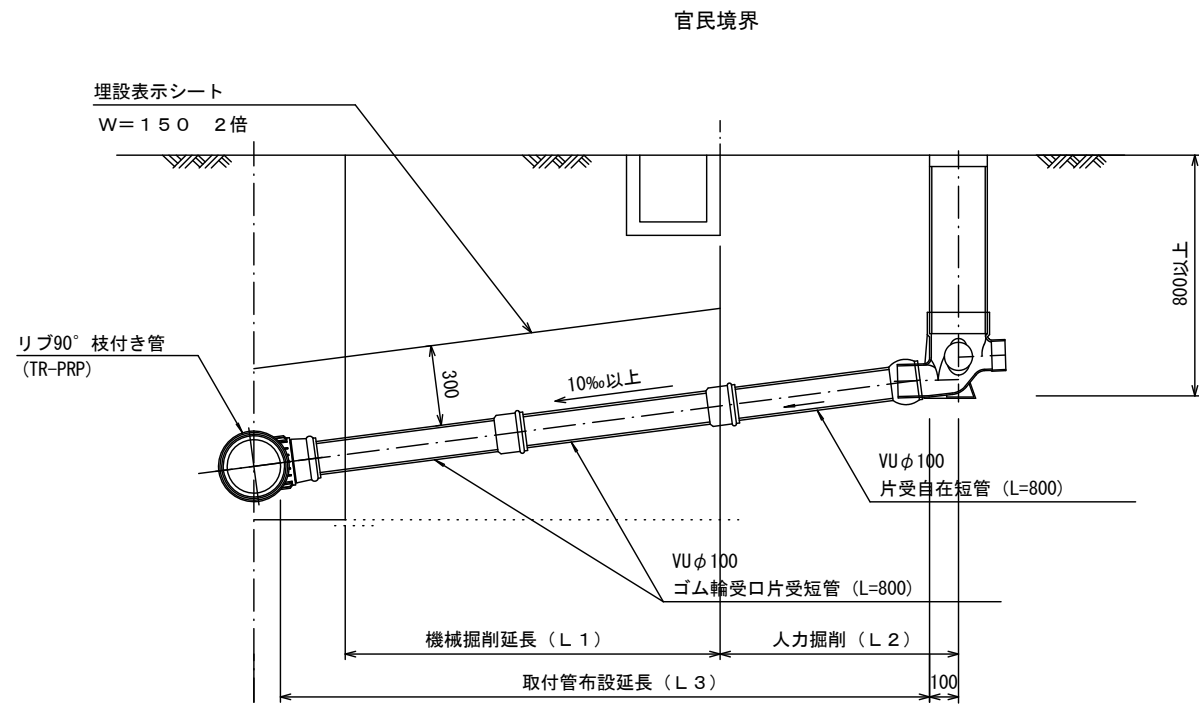


平面図


(参考)

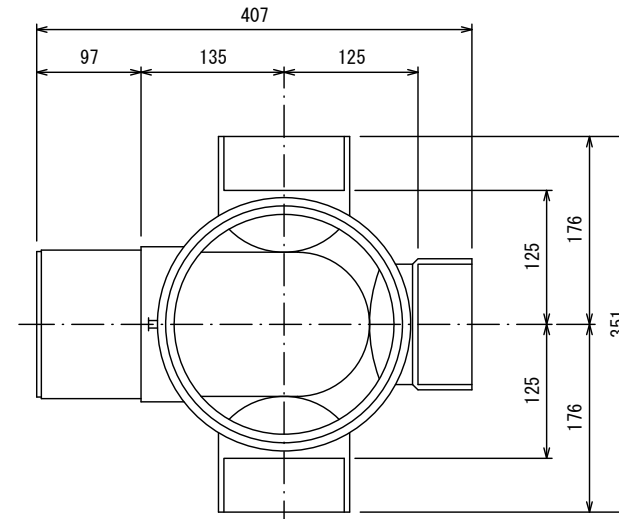

断面図

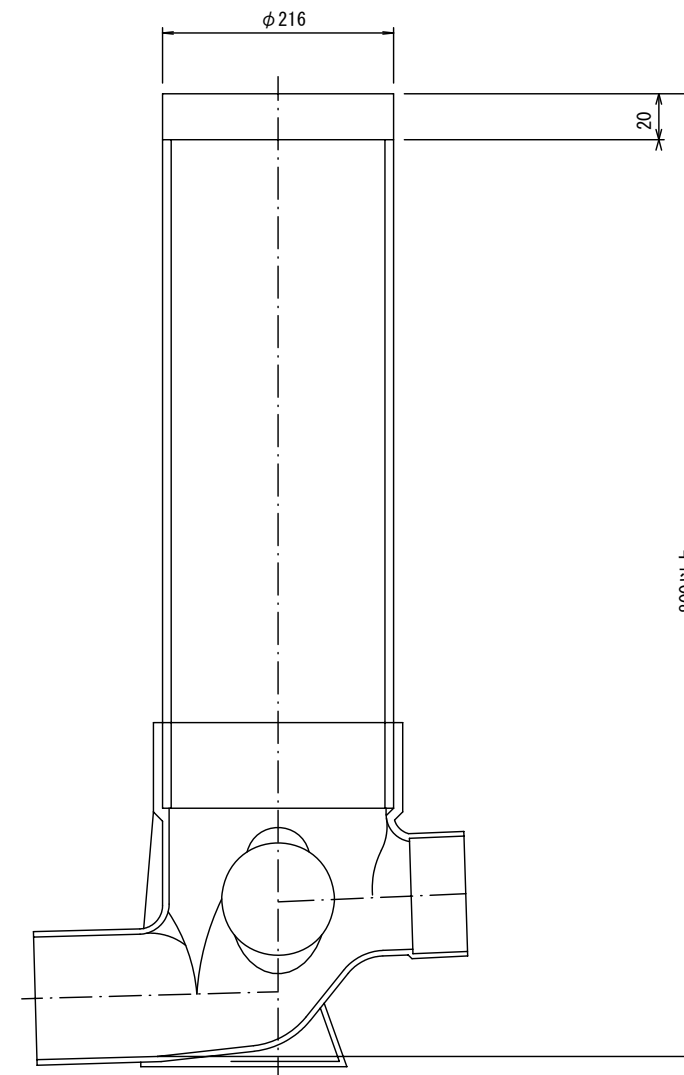

Bタイプ

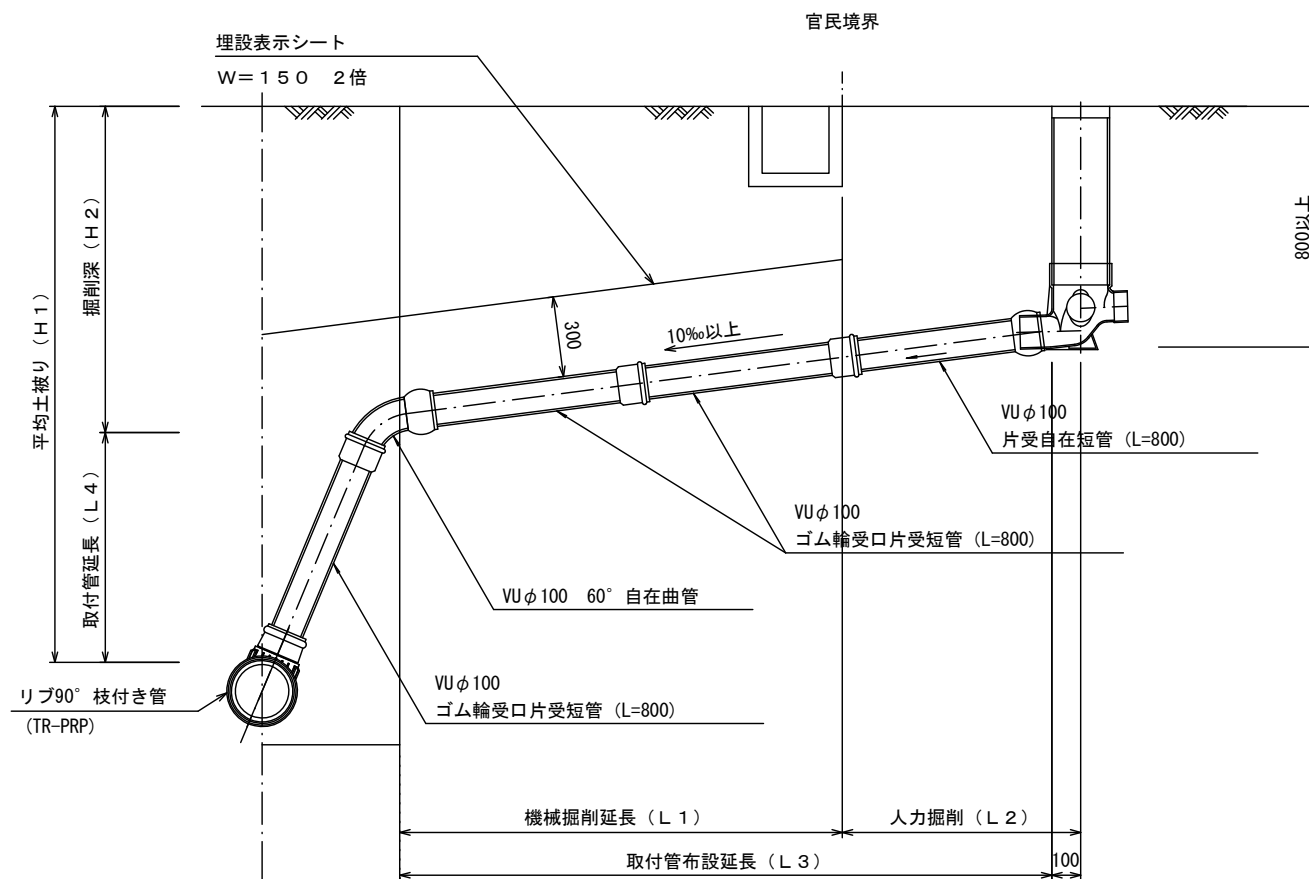

参考

※この図面はA2サイズを原寸とする。

工事名	平成29年度 下建公補第10号 津第5-1処理分区公共下水道工事(その4)		
施工箇所名	津市 藤方 地内		
図面名	取付管布設標準図(リブ本管)		
縮尺	図示	図面番号	11/11
事業所名	津市下水道局下水道建設課		