



現況一般図(その2)

S=1:50


上部工詳細図

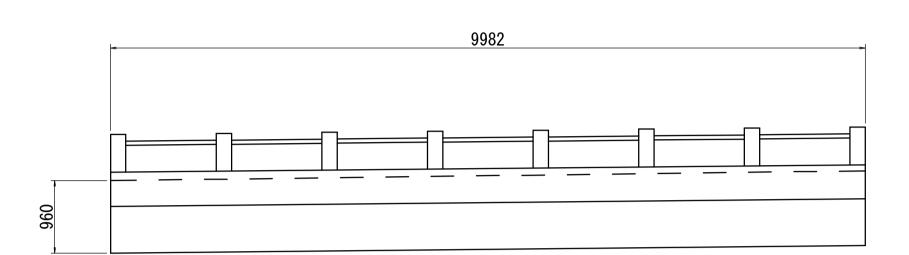

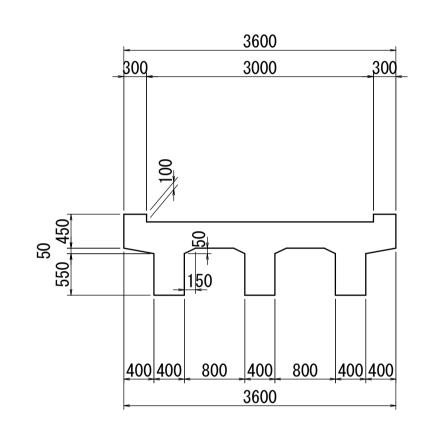

上部工	上部工撤去数量								径間当り
名	称	規	格	単	位	数	量	摘	要
上岩	81年	鉄角	第Co	m	3	21	. 08		

P3~P4橋脚詳細図

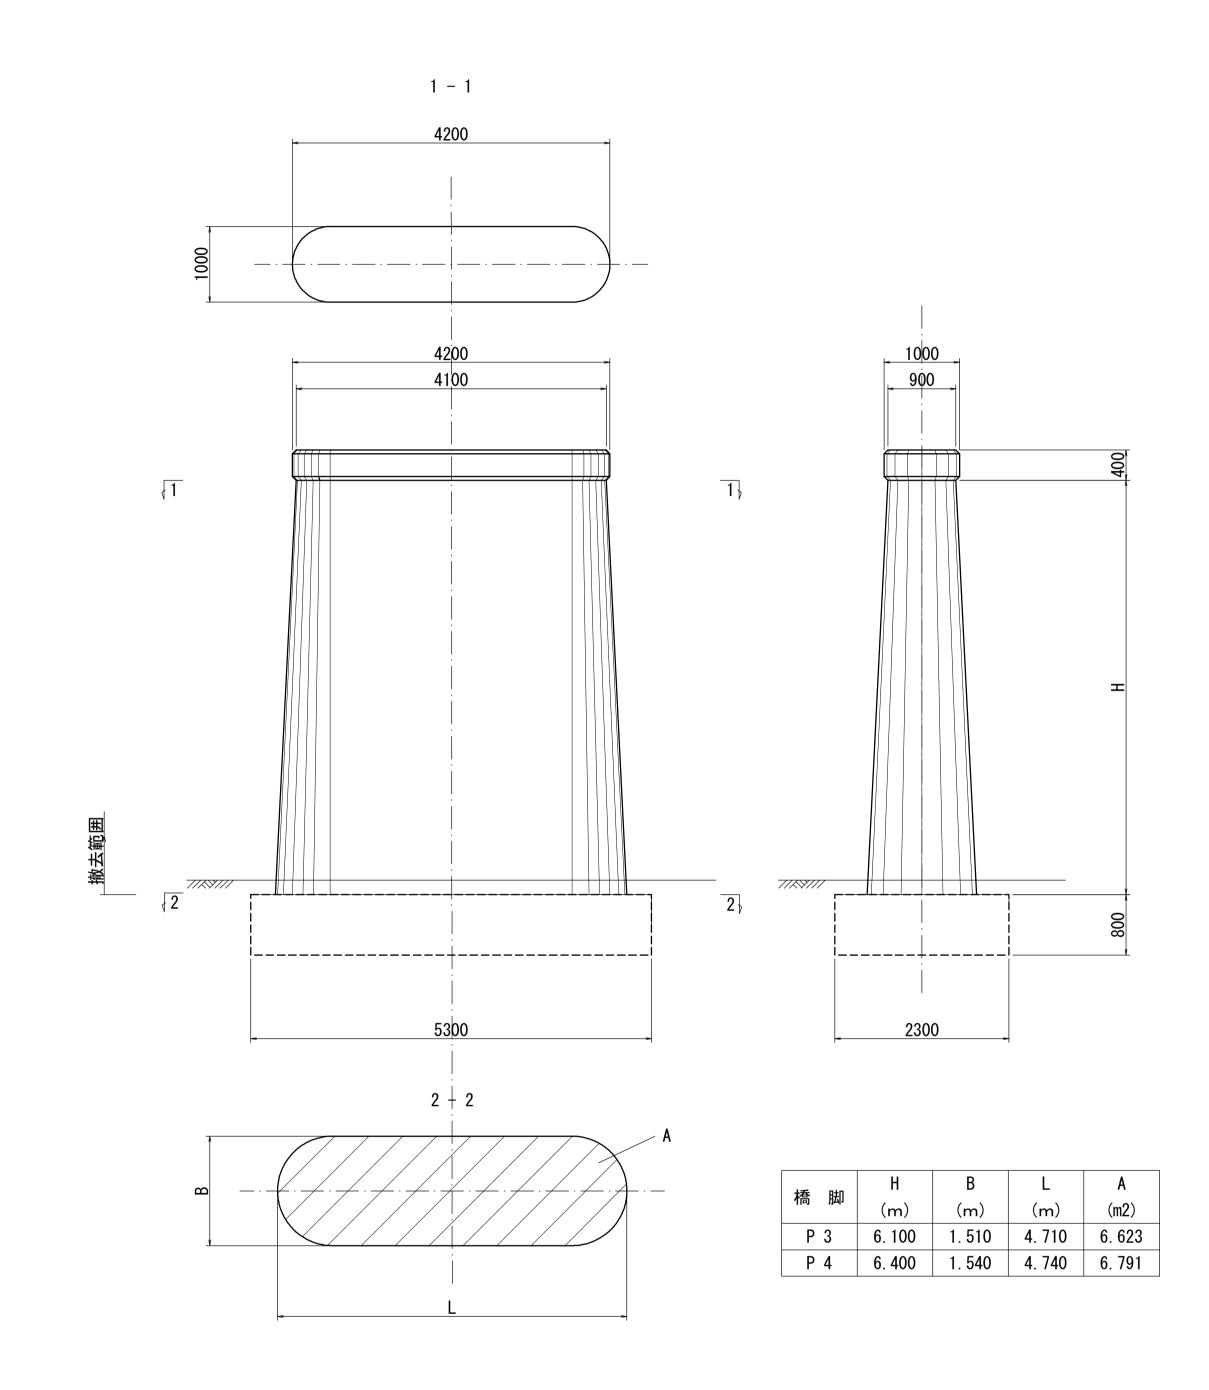

橋脚撤	去数量							1	基当り
名	称	規	格	単	位	数	量	摘	要
P3相	喬脚	鉄角	5Co	m	3	32	. 51		
P4村	喬脚	鉄角	5Co	m	3	34.	. 57		

撤去範囲はフーチング天端までとする


※ 下部工土中部(破線部)は推定
※ この図面はA1サイズを頂式とする


※ この図面はA1サイズを原寸とする。					
工事名	平成29年度建整特第2号 篠ヶ広橋撤去工事				
施工箇所名	津市美杉町下之川地内				
図面の種類 現況一般図(その2)					
縮尺	尺 1:50 図面番号 3/8				
事 業 所 名	津市建設部建設整備課				

現況一般図(その3)

S=1:50

A2橋台詳細図

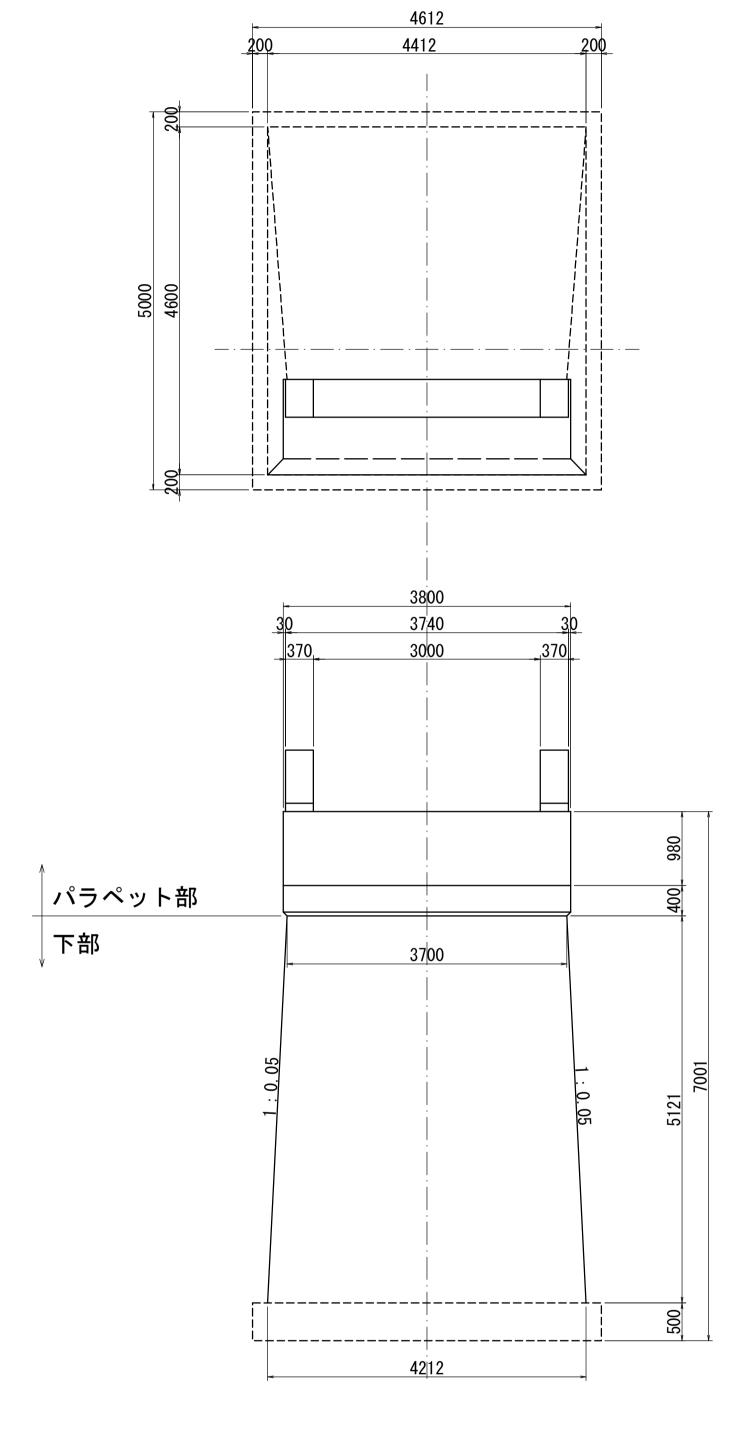

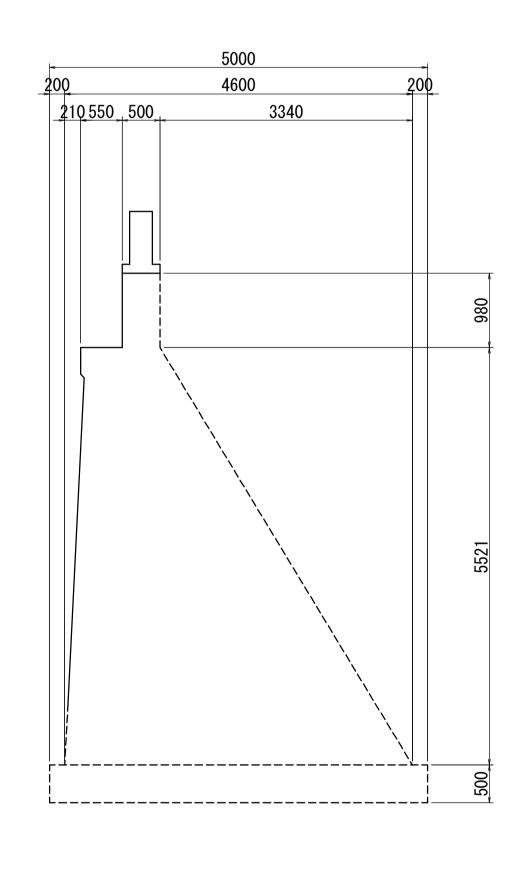


橋台撤去	数量								1基当り
名	称	規	格	単	位	数	量	摘	要
ハ゜ラヘ゜ット	部	鉄筋	ЂCo	m;	3	,	3. 83		
下部		無角	う Co	m;	3	7(0. 66		

※ 下部工土中部(破線部)は推定
※ この図面はA1サイズを原寸とする

※ この図面はA1サイズを原寸とする。				
平成29年度建整特第2号 篠ヶ広橋撤去工事				
箇所名 津市美杉町下之川地内				
図面の種類 現況一般図(その3				
1:50 図面番号 4/8				
事 業 所 名 津市建設部建設整備課				
	平成29年度建整特 篠ヶ広橋撤去工事 津市美杉町下之 現況- 1:50	平成29年度建整特第2号 篠ヶ広橋撤去工事 津市美杉町下之川地内 現況一般図(その 1:50 図面番号		




標準断面図 s=1:50

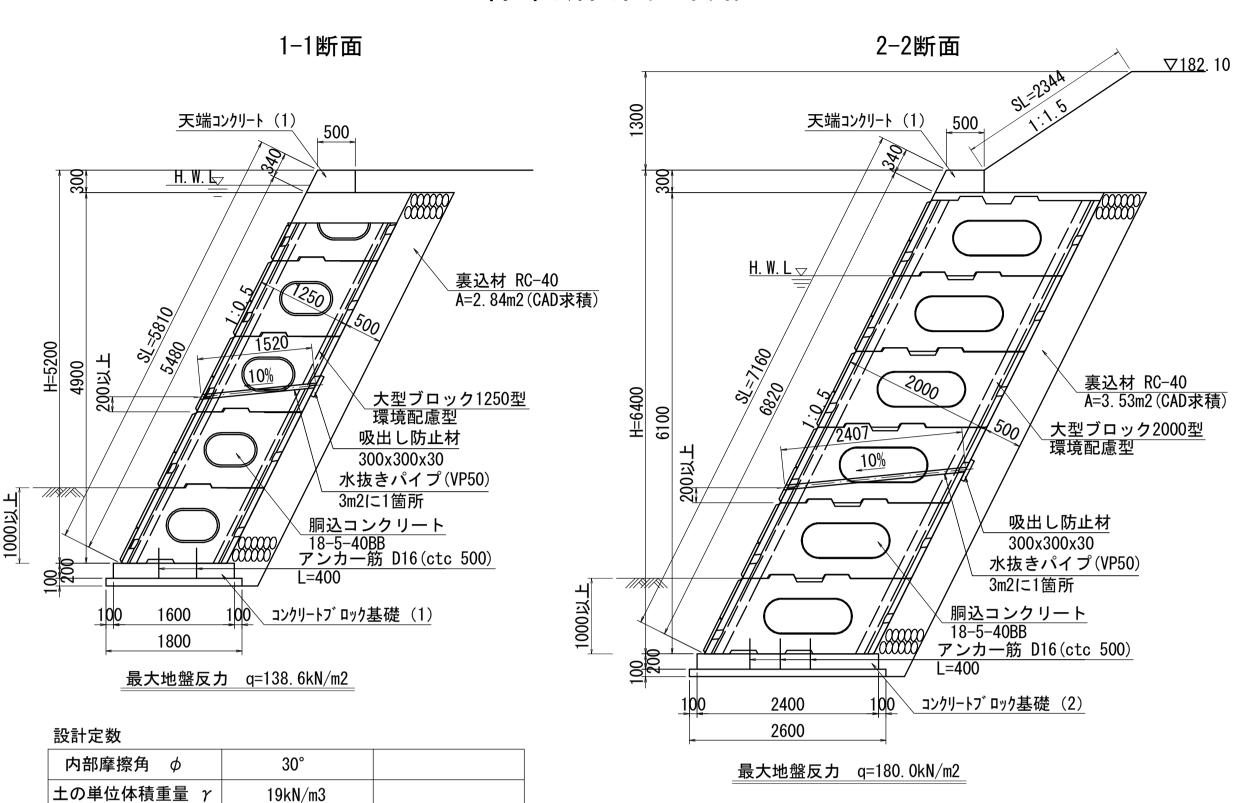

小口止コンクリート _{S=1:100}

小口止コンクリート(2)

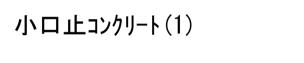

2800

 $\mu = 0.6$

q=10kN/m2

基礎底面の定数


試行クサビ法における土圧採用

_A=18.06m2 (CAD求積)

地表面載荷重

土 圧


基礎底面摩擦係数 μ

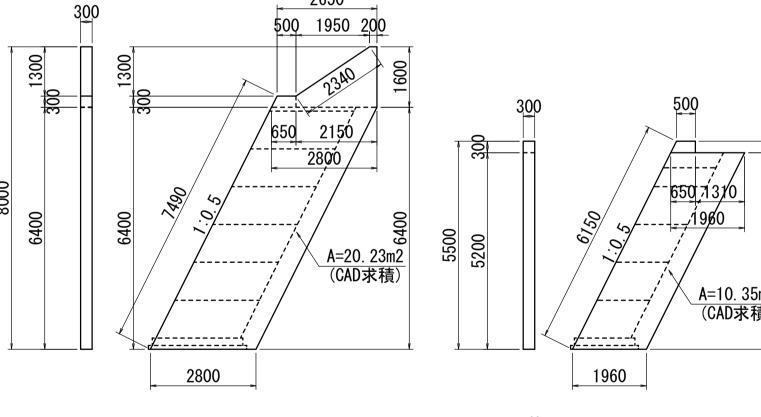

小口止コンクリート(3)


小口止コンクリート 材	料表					10基当り
名称	規格	単位		数量		
石	况伯	中四	(1)	(2)	(3)	摘要
コンクリート	18-5-40BB	m3	54. 18	60. 69	31. 05	
型枠		m2	384. 57	438. 89	226. 35	

天端コンクリート(1)_{S=1:30}

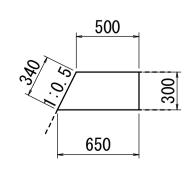

天端コンクリート(1)	材料表			10.0m当
名称	規格	単位	数量	摘要
コンクリート	18-5-40BB	m3	1. 73	
型枠		m2	6. 40	

大型ブロック積展開図

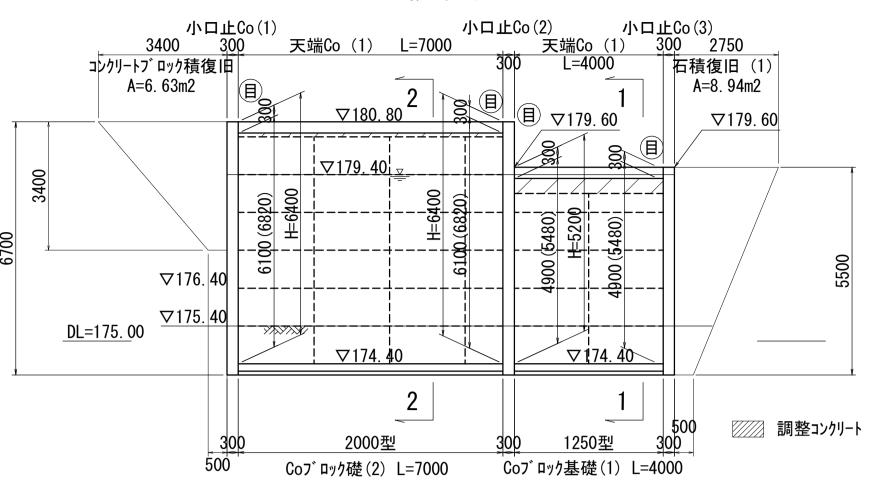


大型ブロック積・村	才料表			1 式当り
名称	規格	単位	数量	摘要
大型ブロック積(1)	B2000 × H1000 × 1250	m2	21. 91	環境配慮型
大型ブロック積(2)	B2000 × H1000 × 2000	m2	47. 74	環境配慮型
胴込コンクリート(1)	控え1250、18-5-40BB	m3	18. 82	9.35m3/10m2
胴込コンクリート(2)	控え2000、18-5-40BB	m3	73. 83	15.73m3/10m2
裏込材	RC-40	m3	36. 07	5. 18m3/10m2
目地材(1)	控え1250、樹脂発泡体 t =10mm	m2	20. 55	
目地材(2)	控え2000、樹脂発泡体 t =10mm	m2	37. 90	
コンクリートフ゛ロック基礎(1)		m	4. 00	1250型
コンクリートフ゛ロック基礎(2)		m	7. 00	2000型
天端コンクリート(1)		m	11. 00	
小口止コンクリート(1)		基	1. 00	
小口止コンクリート(2)		基	1. 00	
小口止コンクリート(3)		基	1. 00	

大型ブロック単体規格 _{S=1:30}

A 型

環境配慮型

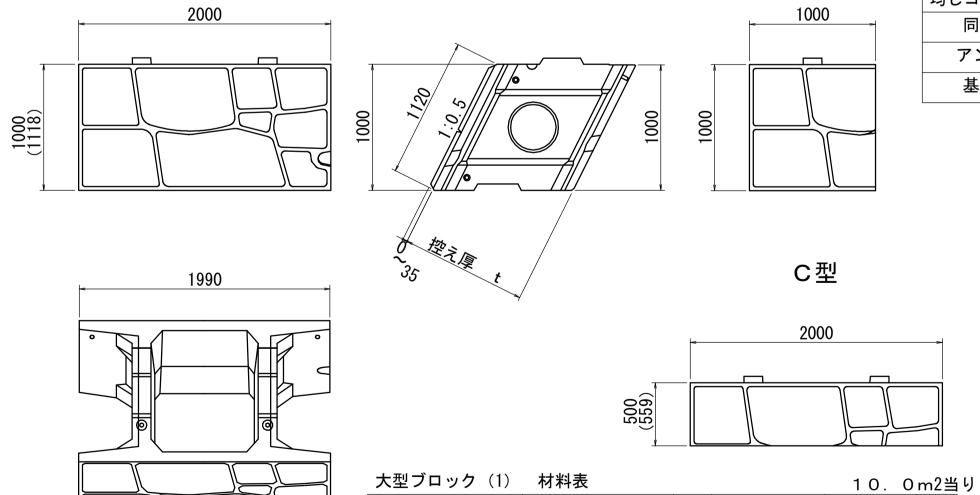

呼び名

大型ブロック

胴込めコンクリート

参考重量

2000

大型ブロック (2)	材料表			10.0m2当	IJ
呼び名	規格	単位	数量	摘要	
大型ブロック	控え t =2000型	個	4. 472	A型-2. 236m2/個	
同込めコンクリート	18-5-40BB	m3	15. 73	A型-3.516m3/個	
参考重量	A型基本重量1.0個	k g	2245		

控え t =1250型 個

A型基本重量1.0個 kg

18-5-40BB m3

B型

A型-2. 236m2/個

A型-2.091m3/個


4. 472

9. 35


1665

コンクリートフ゛ロック基礎 s=1:30

コンクリートフ゛ロック基礎(1)

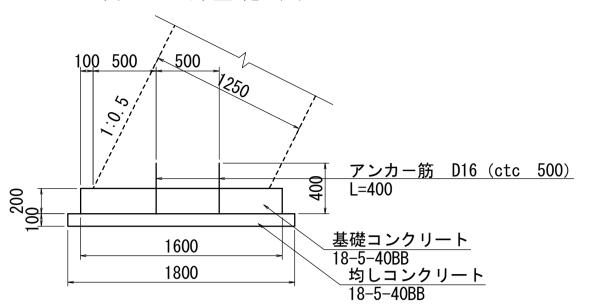

ѵクリートブロック基礎(1) 材料表			10m当り	
名称	規格	単位	数量	摘要	
コンクリート	18-5-40BB	m3	3. 20		
同上型枠		m2	4. 00		
匀しコンクリート	18-5-40BB	m3	1.80		
同上型枠		m2	2. 00		
アンカー筋	SD345、D16	kg	25. 00		
基盤整正		m2	18. 00		

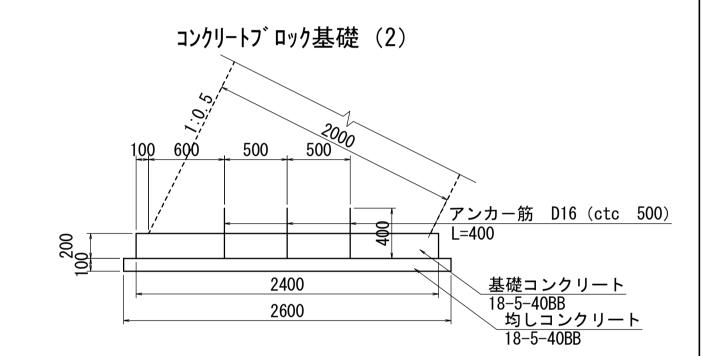

コングリートノ ロック基礎(2	()			10m当り
名称	規格	単位	数量	摘要
コンクリート	18-5-40BB	m3	4. 80	
同上型枠		m2	4. 00	
均しコンクリート	18-5-40BB	m3	2. 60	
同上型枠		m2	2. 00	
アンカー筋	SD345、D16	kg	37. 00	
基盤整正		m2	26. 00	


※ この図面はA1サイズを原寸とする。 (参考図)

※ この図面はAIサイスを原寸とする。 (参考図					
工事名	平成29年度建整特第2号 篠ヶ広橋撤去工事				
施工箇所名 津市美杉町下之川地内					
図面の種類	大型ブロッ	ク積構造図](参考図)		
縮尺	図示 図面番号 5/8				
事業所名	津市建設部建設	整備課			

コンクリートフ゛ロックエ平面図 S=1:50 大型ブロック積 コンクリートフ゛ロック積 15 1-17/1-4 (3) 300 保全区域 天端コンクリート (2)_{S=1:20}


コンクリートフ゛ロック工構造図 ѕェ図示

コンクリートフ゛ロック積断面図

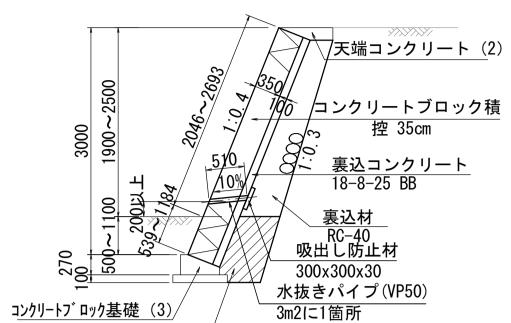


良質土

コンクリートフ゛ロック積断面図

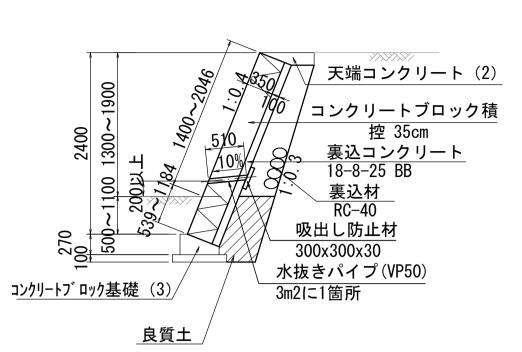

コンクリートフ゛ロック積断面図


天端コンクリート(2)

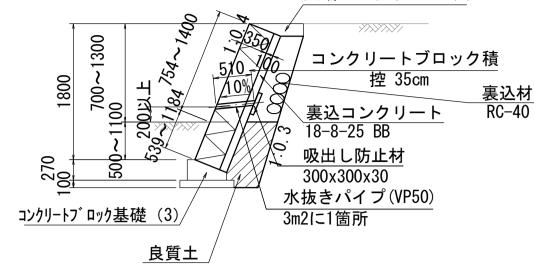

コンクリートフ゛ロックT 材料表

コンクリートフ゛ロックエ 材料表 (一式当り)								
名 称	規格	単 位	1-1断面	2-2断面	3-3断面	数量(合計)	摘 要	
コンクリートフ゛ロック積	控 35cm リサイクル認定製品	m2	4. 98	7. 41	5. 49	17. 88	参考重量:42kg/個	
胴込コンクリート	18-8-25 BB	m3	1. 25	1. 85	1. 37	4. 47		
裏込コンクリート	18-8-25 BB	m3	0. 50	0. 74	0. 55	1. 79		
裏込材	RC-40	m3	1. 45	1. 76	1. 02	4. 23		
水抜きパイプ	VP50	m		3. 06		3. 06		
吸出し防止材	300x300x30	m2		0. 54		0. 54		
目 地 材	瀝青質 t =10mm	m2	1. 45	0. 87	0. 87	3. 19		
天端コンクリート(2)		m	0. 80	2. 60	2. 83	6. 23		
コンクリートブ ロック基礎(3)		m	2. 39	3. 08	2. 83	8. 30		
小口止コンクリート(4)		基		1. 00		1. 00		


コンクリートフ゛ロック積展開図

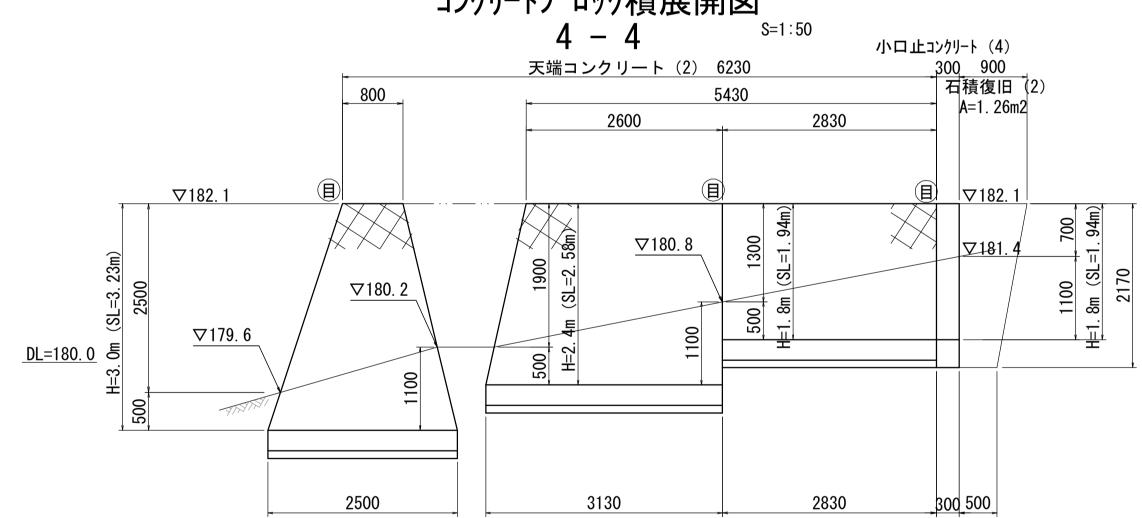

小口止コンクリート (4) S=1:50

小口止コンクリート(4) 材料表 10基当り									
名	称	規	格	単	位	数	量	摘	要
コンク	フリート	18-8-	40 BB	m	3	5	. 16		
型	———— 枠			m	2	40	. 67		

965

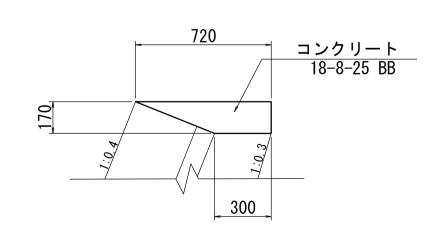


1. 70

0.09

天端コンクリート(2) 材料表 10m当り コンクリート 18-8-25 BB m3

目 地 材 瀝青質 t =10mm m2

コンクリートフ゛ロック基礎 (3)_{S=1:20}

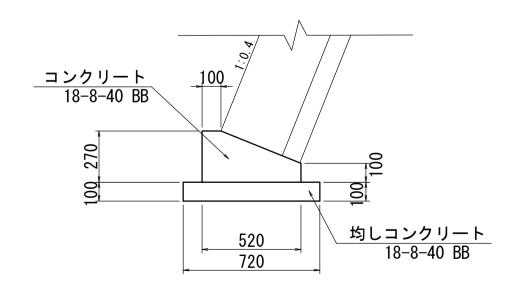


コンクリー		10m当り							
名	称	規	格	単	位	数	量	摘	要
コンク	リート	18-8-	-40 BB	m;	3	1	. 06		
型	枠			m	2	3	. 70		
目	地 材	瀝青質	t =10mm	m:	2	0	. 08		
均し	コンクリート	18-8-	-40 BB	m;	3	0	. 72		
均し	型枠			m:	2	2	. 00		
基面	整 正			m	2	7	. 20		

※ この図面はA1サイズを原寸とする。

エ 事	平成29年度建整特第2号 篠ヶ広橋撤去工事					
施工篋	所名	津市美杉町下之川地内				
図面の)種類	コンクリートフ゛ロック工構造図				
縮	尺	図示	6/8			
事 業	所 名	津市建設部建設	整備課			


各種工法図

S=図示

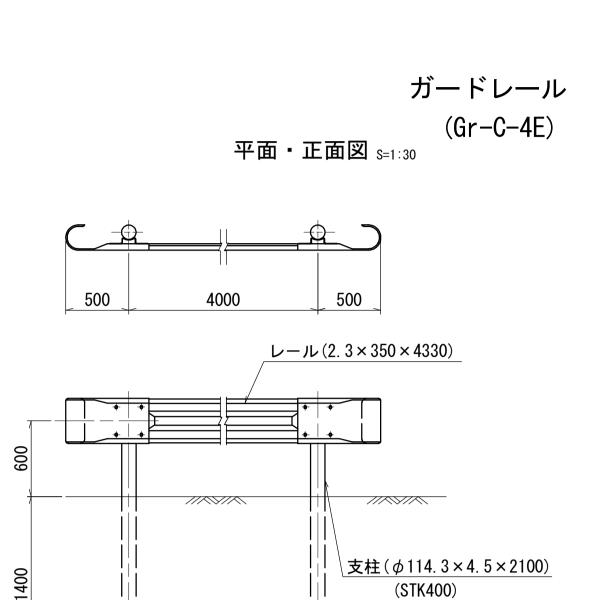


ガードレール 材料表

ガードレール

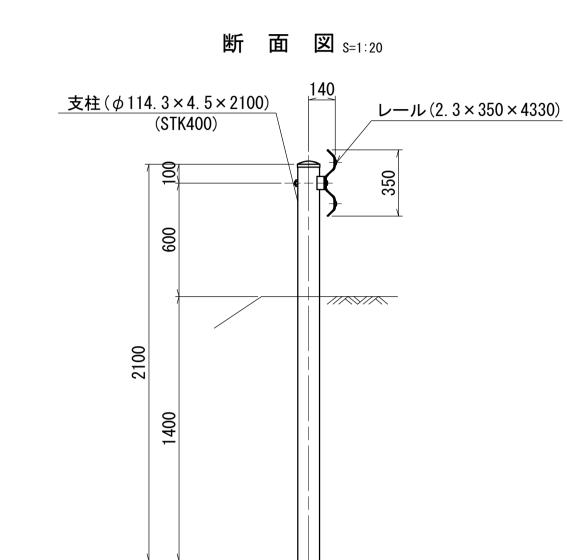


10m当り

白色

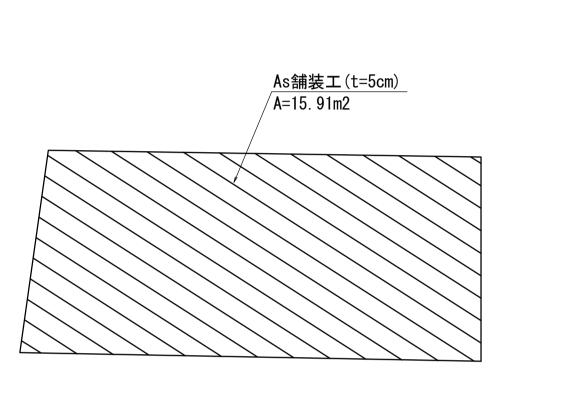

As舗装工

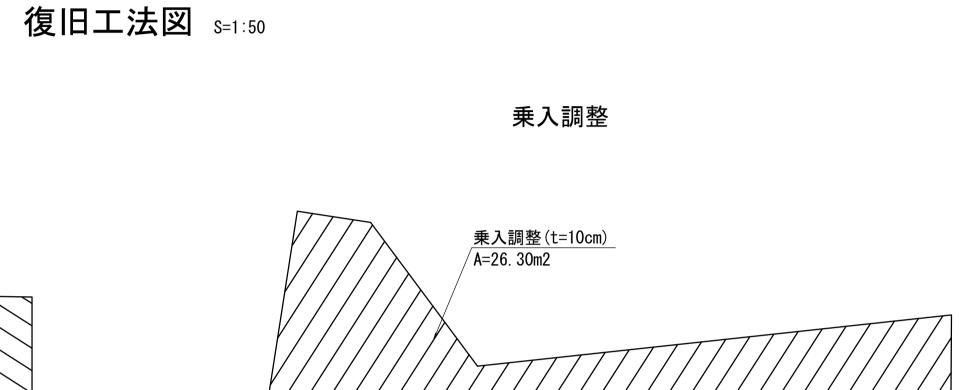



舗装構成詳細図 s=1:20

10.0

格単位数

Gr-C-4E

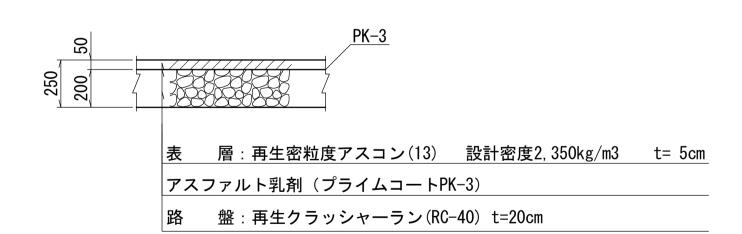

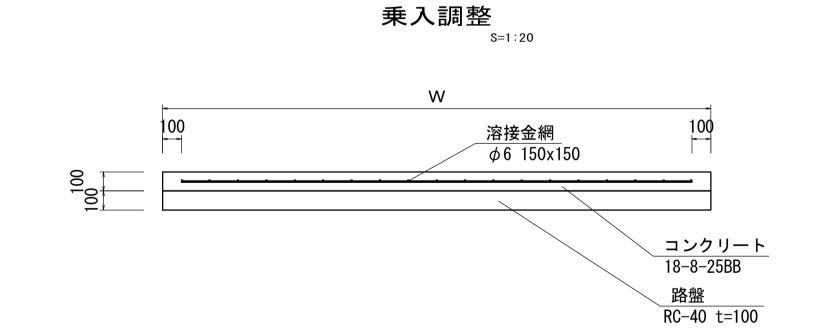

乗入調整	材料表							100m2当り
名	称	規	格	単位	数	皇里	摘	要
コンクリー	,	18-8-25	BB、t=10cm	m3		10. 00		
型枠				m2		4. 00		
溶接金網		ϕ 6、15	50x150	m2		96. 04	参考重	量3.11kg/m2
路盤		RC-40、	t=100	m2	1	00. 00		
目地材		瀝青質	t =10mm	m2		1. 00		

※ この図面はA1サイズを原寸とする。

次との四面はバブースとかりとうも。							
工事名	平成29年度建整特第2号 篠ヶ広橋撤去工事						
施工箇所名	津市美杉町下之川地内						
図面の種類	各種工法図						
縮尺	図示	図面番号	7/8				
事業所名	津市建設部建設	整備課					

Co舗装取壊し箇所

