


B-B断面図

※本図は、参考図であり施工現場と本図に相違ある場合にあっては相違箇所を再調査後、市監督員と協議のうえ、詳細を決定すること。

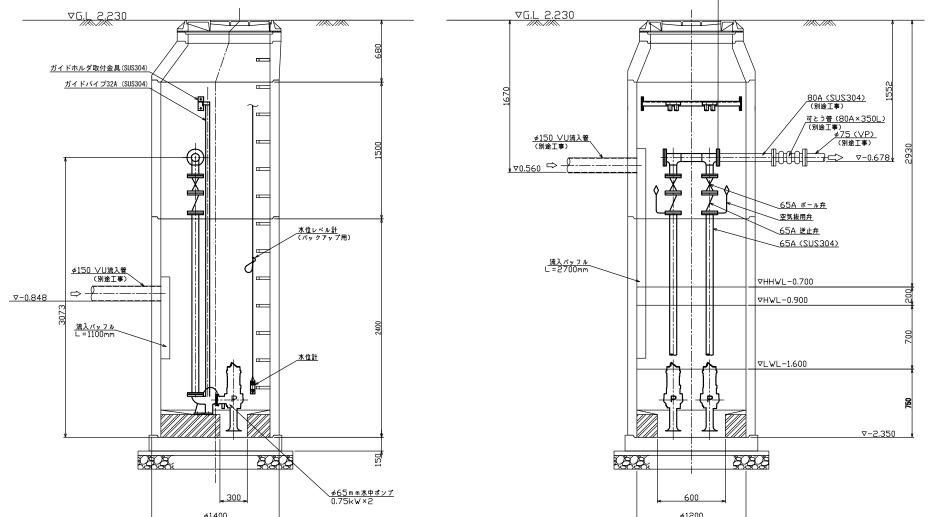

A-A断面図


ポンプ仕様


形式	水中ポンプ(着脱式スカム防止型)
	Ž.	∲65mm
吐出量	0.15	59m³/min
全揚程	₹	4.9m
出力	j ().75kW
台 数	女 2台(単独交互運転)


原図:A3

工事名	平成29年度下施公補第2号 影重処理分区ほか3処理分区 公共下水道マンホールポンプ設置工事		
施工場所	津市 河芸町影重ほか2町 地内		
図面名	マンホールポンプ据付図(M1204-1)		
縮尺	Free 図面番号 1/14		
事業所名	津市下水道局下水道施設課		


電 気 設 備 図 (M3208-11)

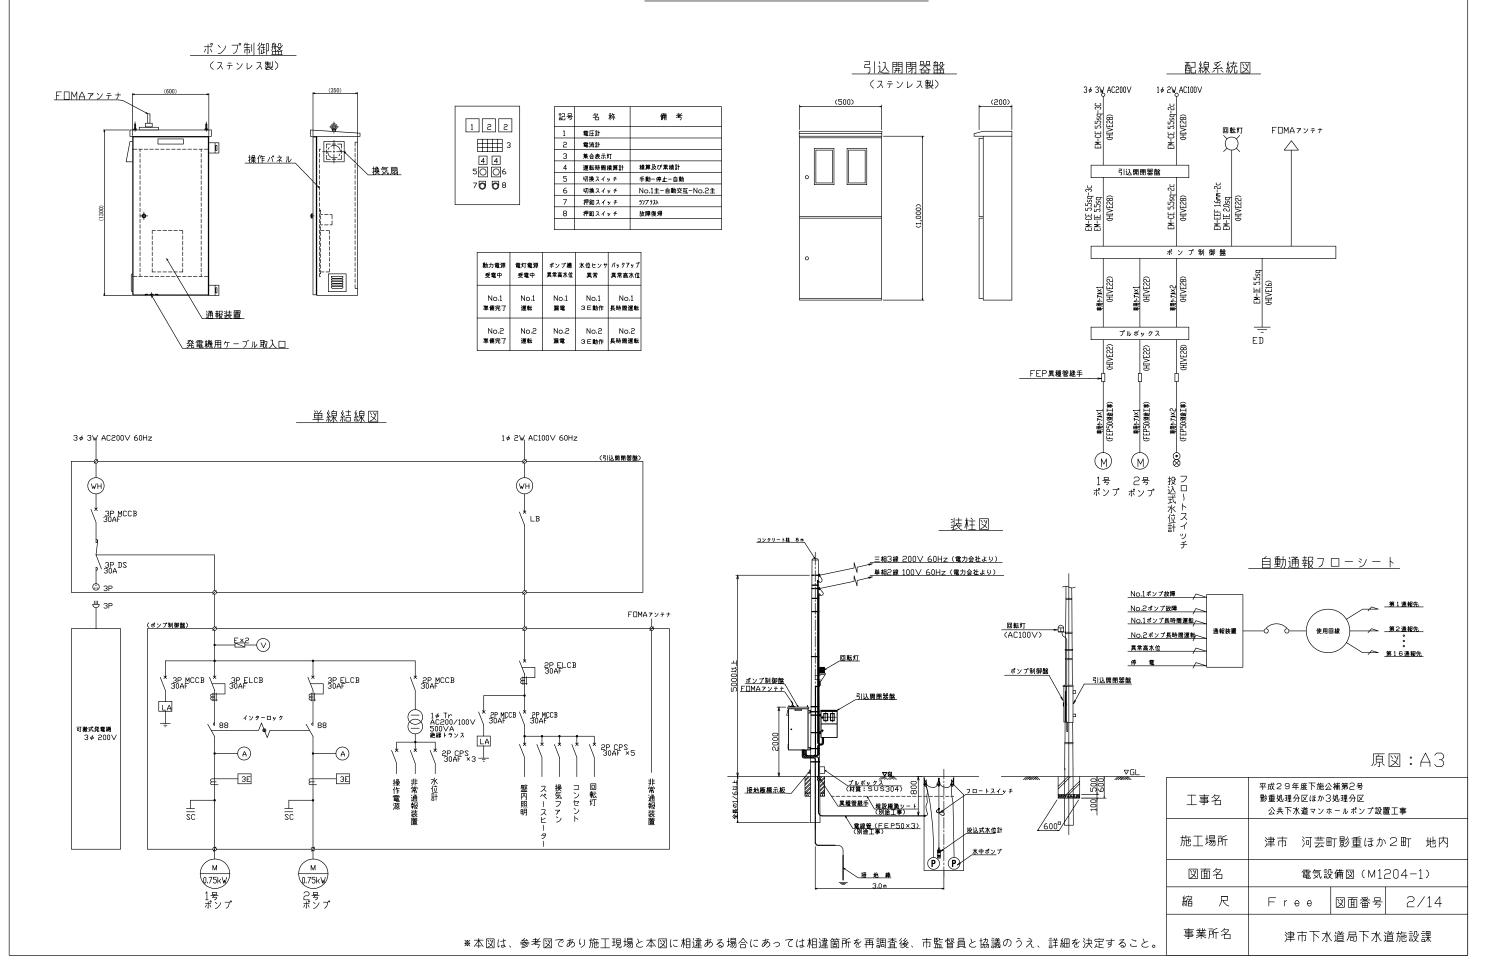

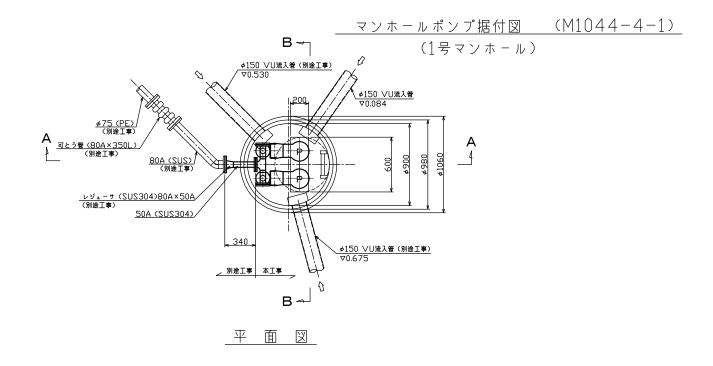


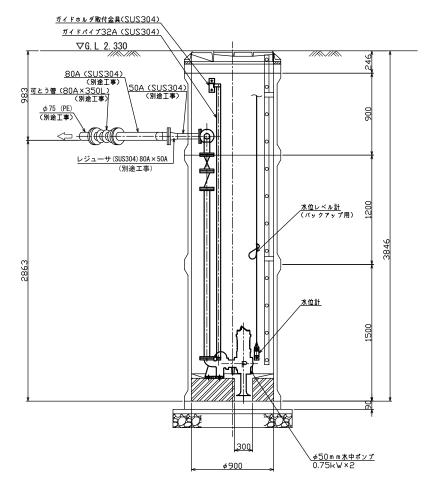



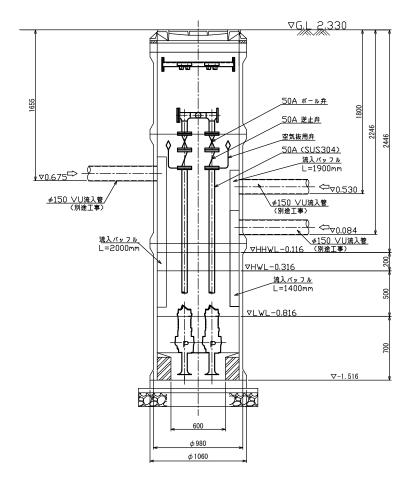

B-B断面図

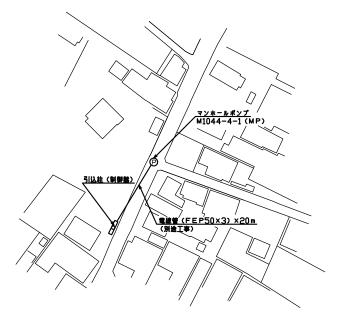

付 近 平 面 図


ポンプ仕様

形	式	水中ポンプ(着脱式スカム防止型)
	径	ϕ 50mm
吐出	1量	$0.161 \mathrm{m}^3/\mathrm{min}$
全揚	易程	5. 5m
出	カ	0. 75kW
台	数	2台(単独交互運転)


原図:A3

	工事	■名	平成29年度下施2 影重処理分区ほか3 公共下水道マン7	3処理分区	置工事
	施工場所図面名		津市 河芸[町影重ほか	2町 地内
			マンホールポン	プ据付図(M	M1044-4-1)
	縮	尺	Free	図面番号	3/14
•	事業所名		津市下水	(道局下水	道施設課


電 気 設 備 図 (M1044-4-1)

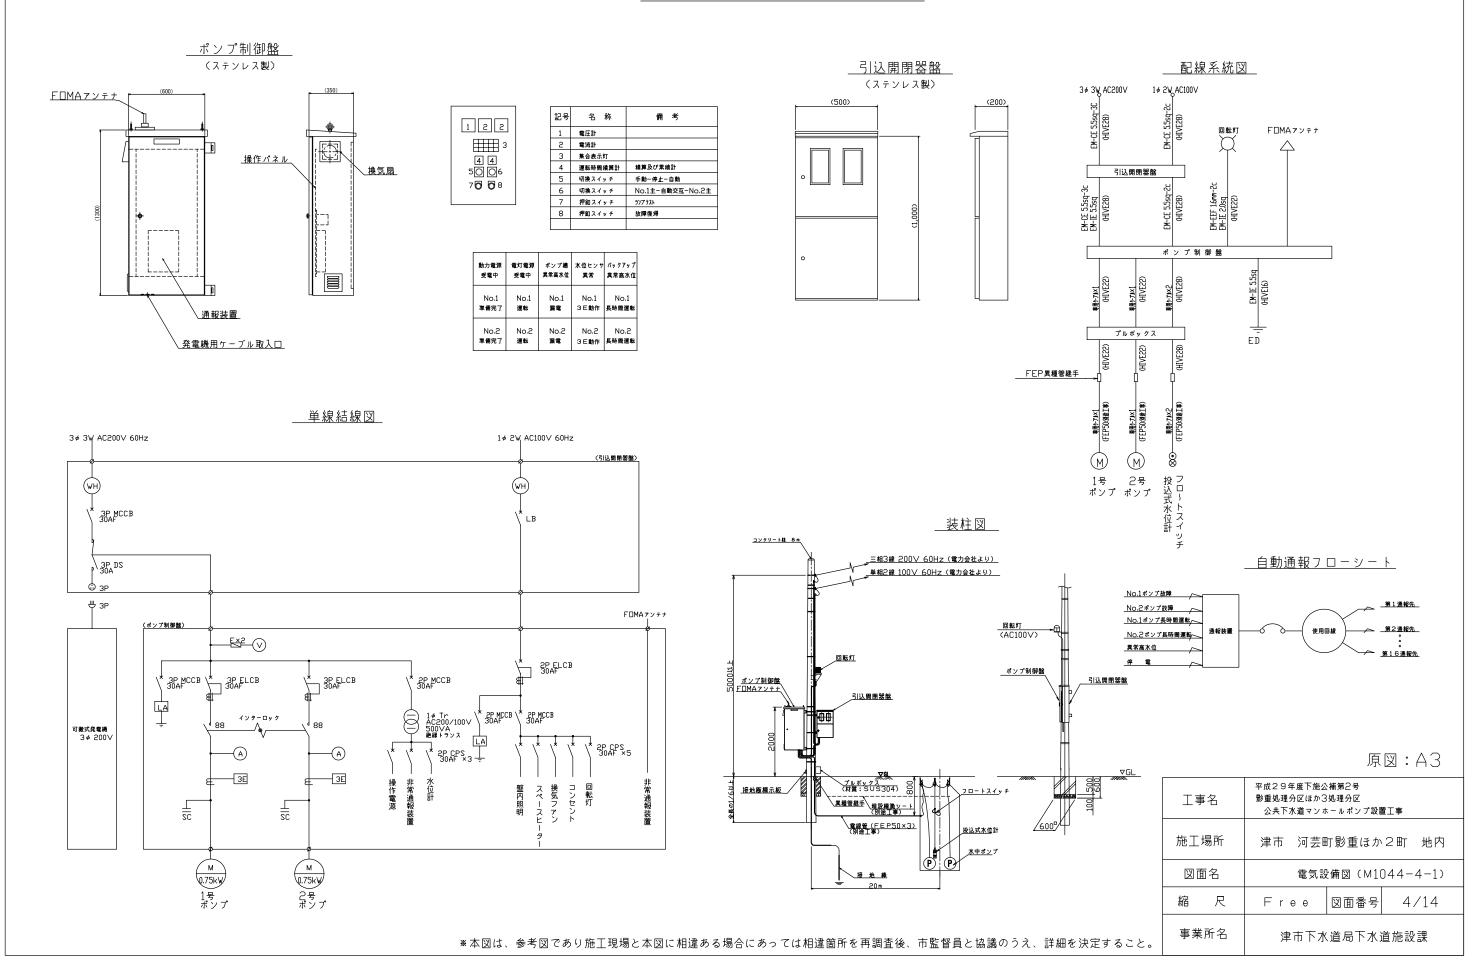


名称:一色P2

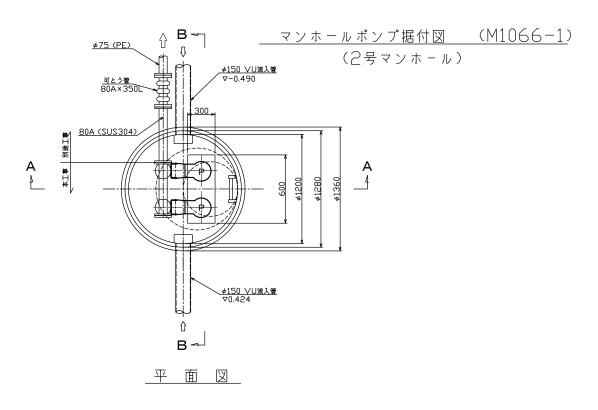



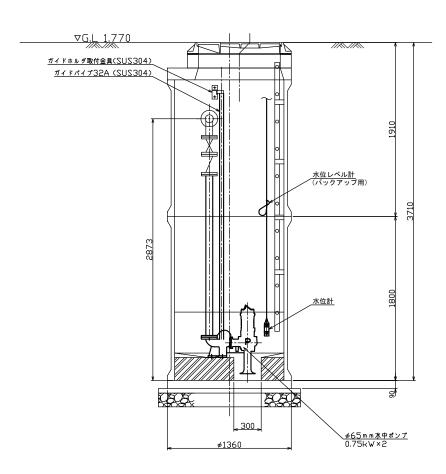

A-A断面図

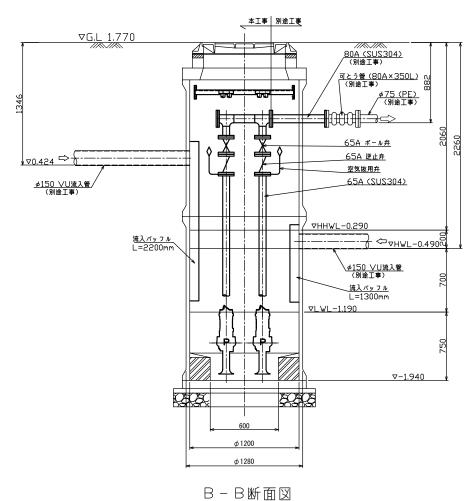


ポンプ仕様

形	定	水中ポンプ(着脱式スカム防止型)
	径	ø65mm
吐 出	量	0.159m³/min
全 揚	程	3.6m
出	カ	0.75kW
台	数	2台(単独交互運転)

原図:A3


工事名	平成29年度下施公補第2号 影重処理分区ほか3処理分区 公共下水道マンホールポンプ設置工事		
施工場所	津市 河芸町影重ほか2町 地内		
図面名	マンホールポンプ据付図(M1066-1)		
縮尺	Free 図面番号 5/14		
事業所名	津市下水道局下水道施設課		


電 気 設 備 図 (M1066-1)

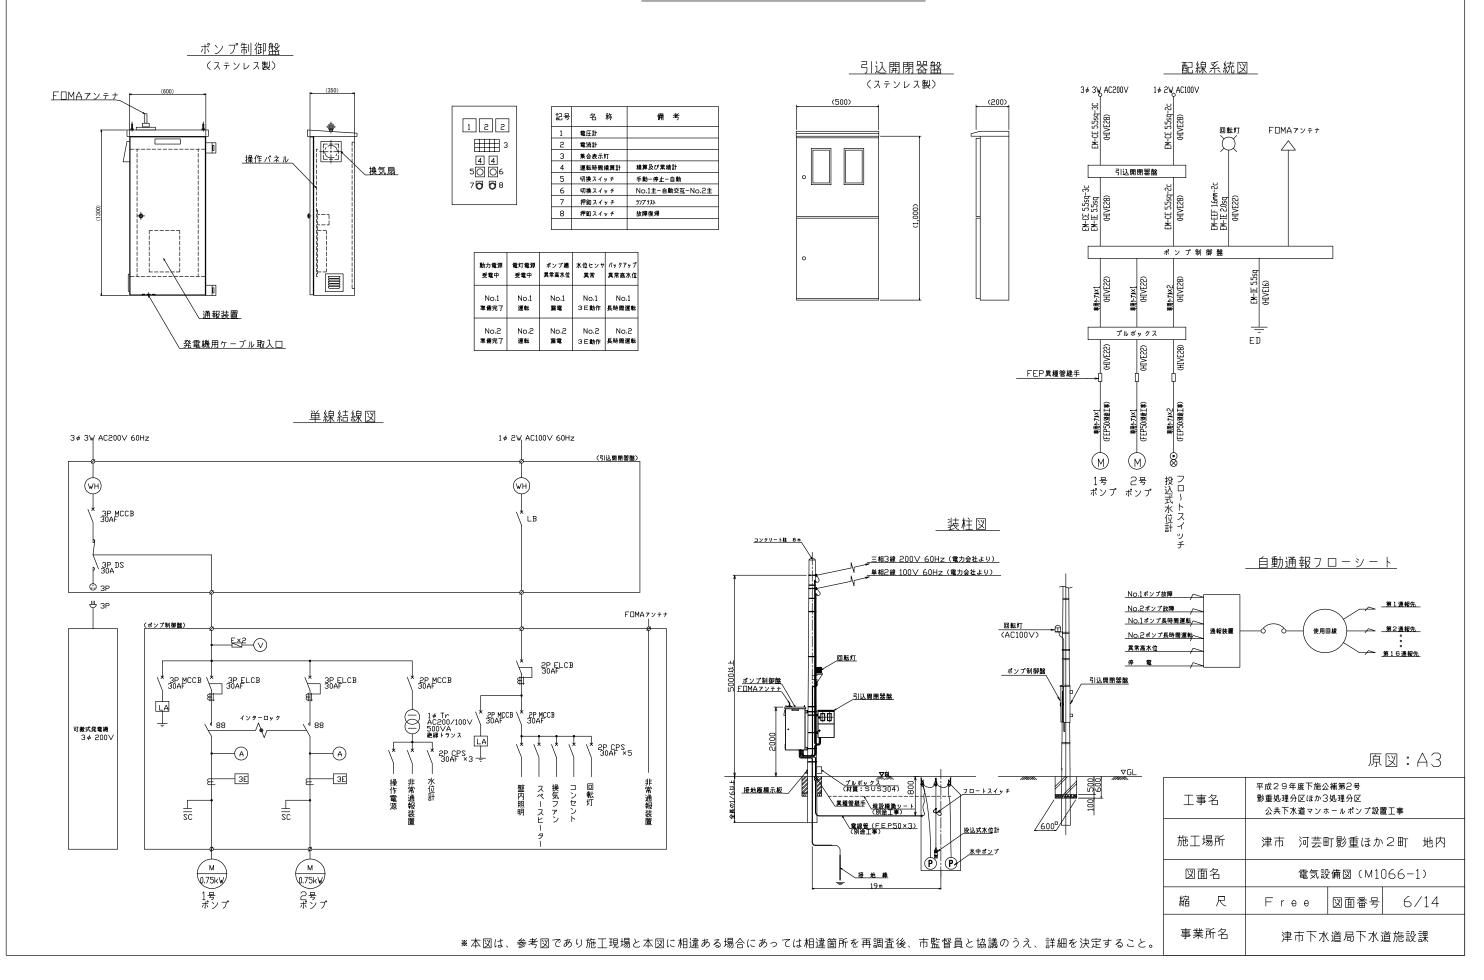


マンホールポンプ据付図 (M2041-2-3-1) (2号マンホール)


В∽

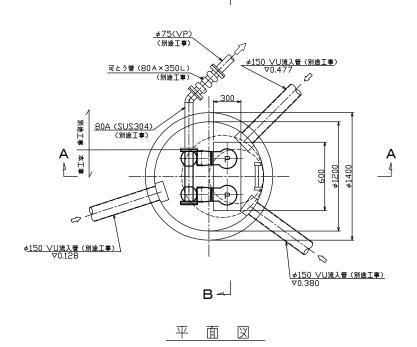

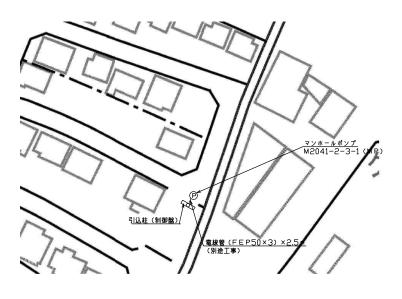

付近平面図

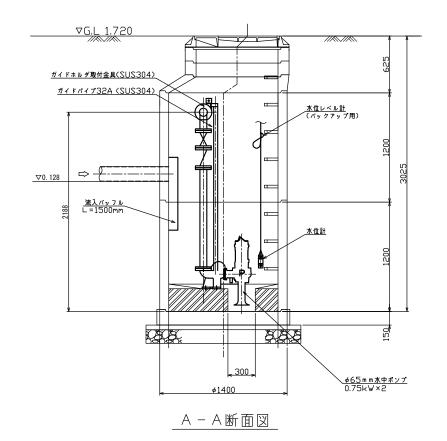

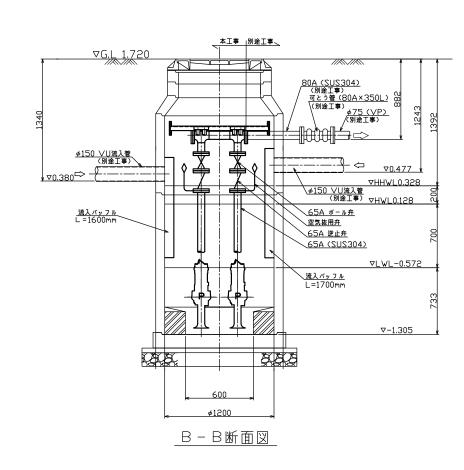


ポンプ仕様


形	式	水中ポンプ (着脱式スカム防止型)
	径	ø65mm
吐出	上量	0.159m³/min
全 揚	易程	4.7m
出	カ	0.75kW
台	数	2台(単独交互運転)


原図:A3

工事名	平成29年度下施公補第2号 影重処理分区ほか3処理分区 公共下水道マンホールポンプ設置工事		
施工場所	津市 河芸町影重ほか2町 地内		
図面名	マンホールポンプ据付図(M2041-2-3-1)		
縮尺	Free 図面番号 7/14		
事業所名	津市下水道局下水道施設課		


電 気 設 備 図 (M2041-2-3-1)

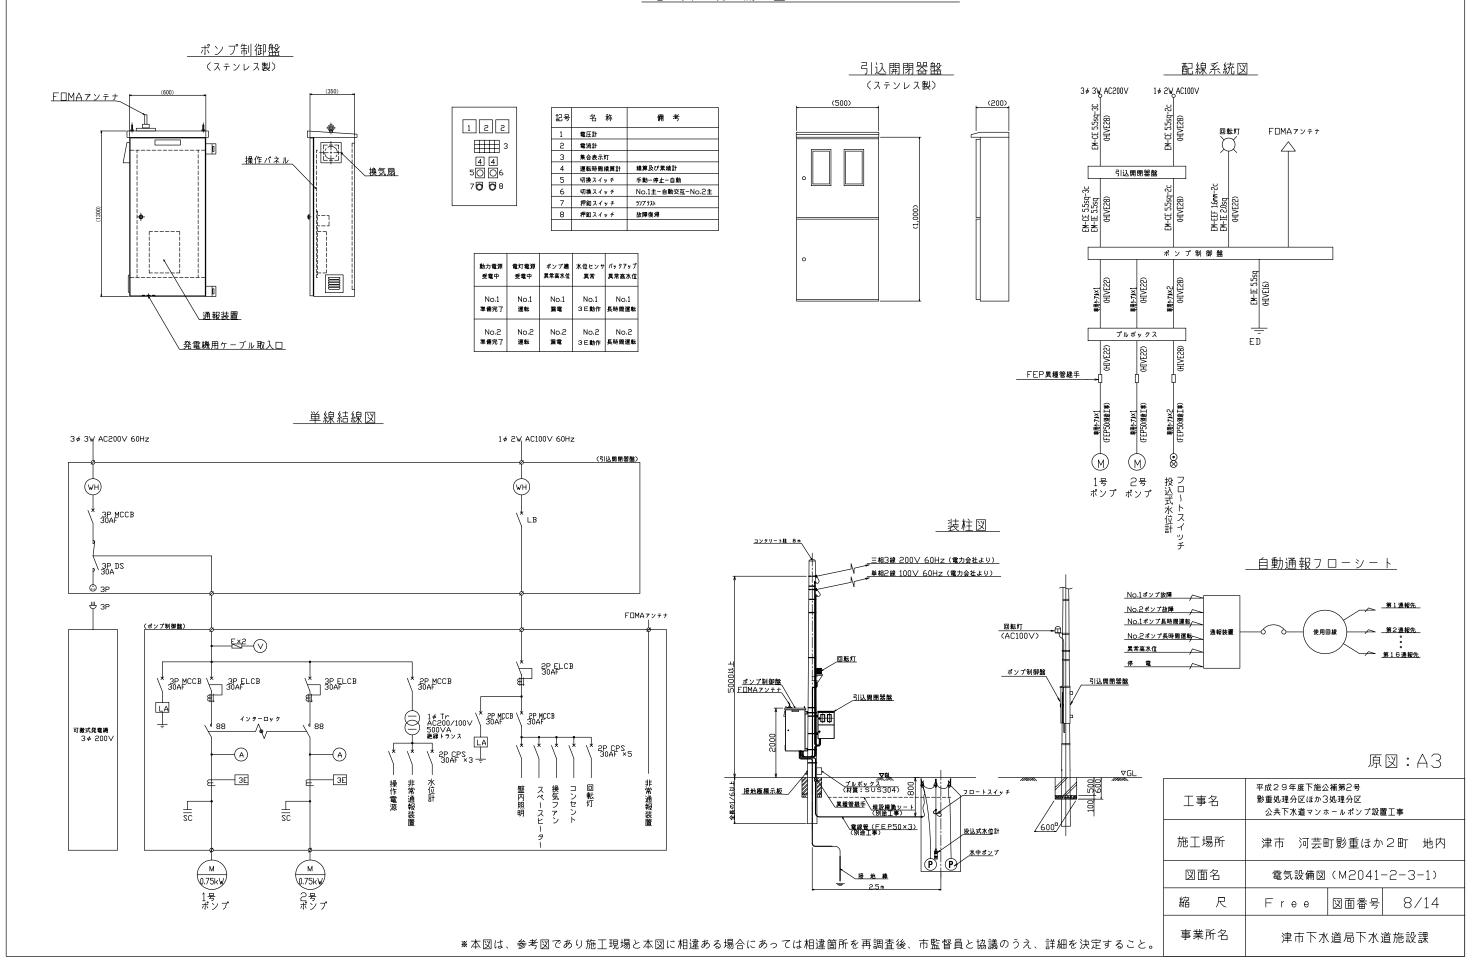

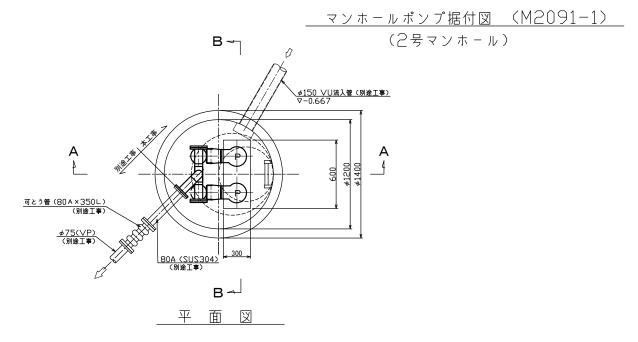

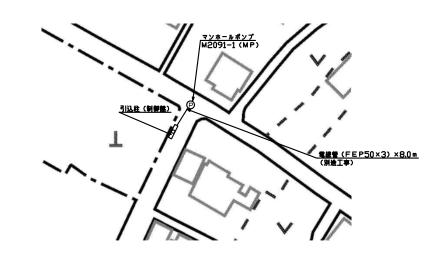

付 近 平 面 図

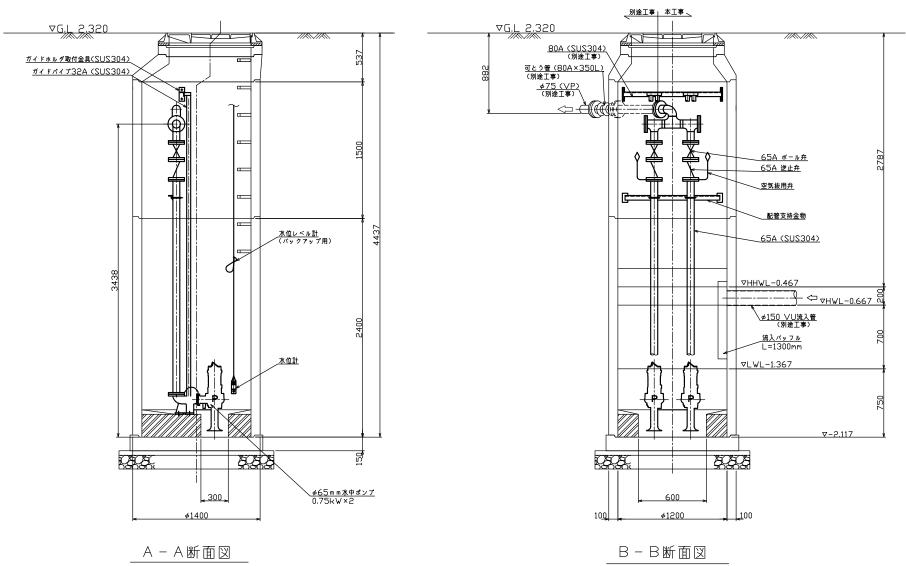


ポンプ仕様

形 式	水中ポンプ(着脱式スカム防止型)
口 径	∳65mm
吐出量	$0.159 \mathrm{m}^3/\mathrm{min}$
全揚程	4.8m
出力	0.75kW
台 数	2台(単独交互運転)


原図:A3


工事	名	平成29年度下施 影重処理分区ほか 公共下水道マン		置工事
施工場所		津市 河芸町影重ほか2町 地内		
図面	名	マンホールポンプ据付図(M2091-1)		
縮	尺	Free 図面番号 9/1		9/14
事業所名		津市下水道局下水道施設課		

電 気 設 備 図 (M2091-1)

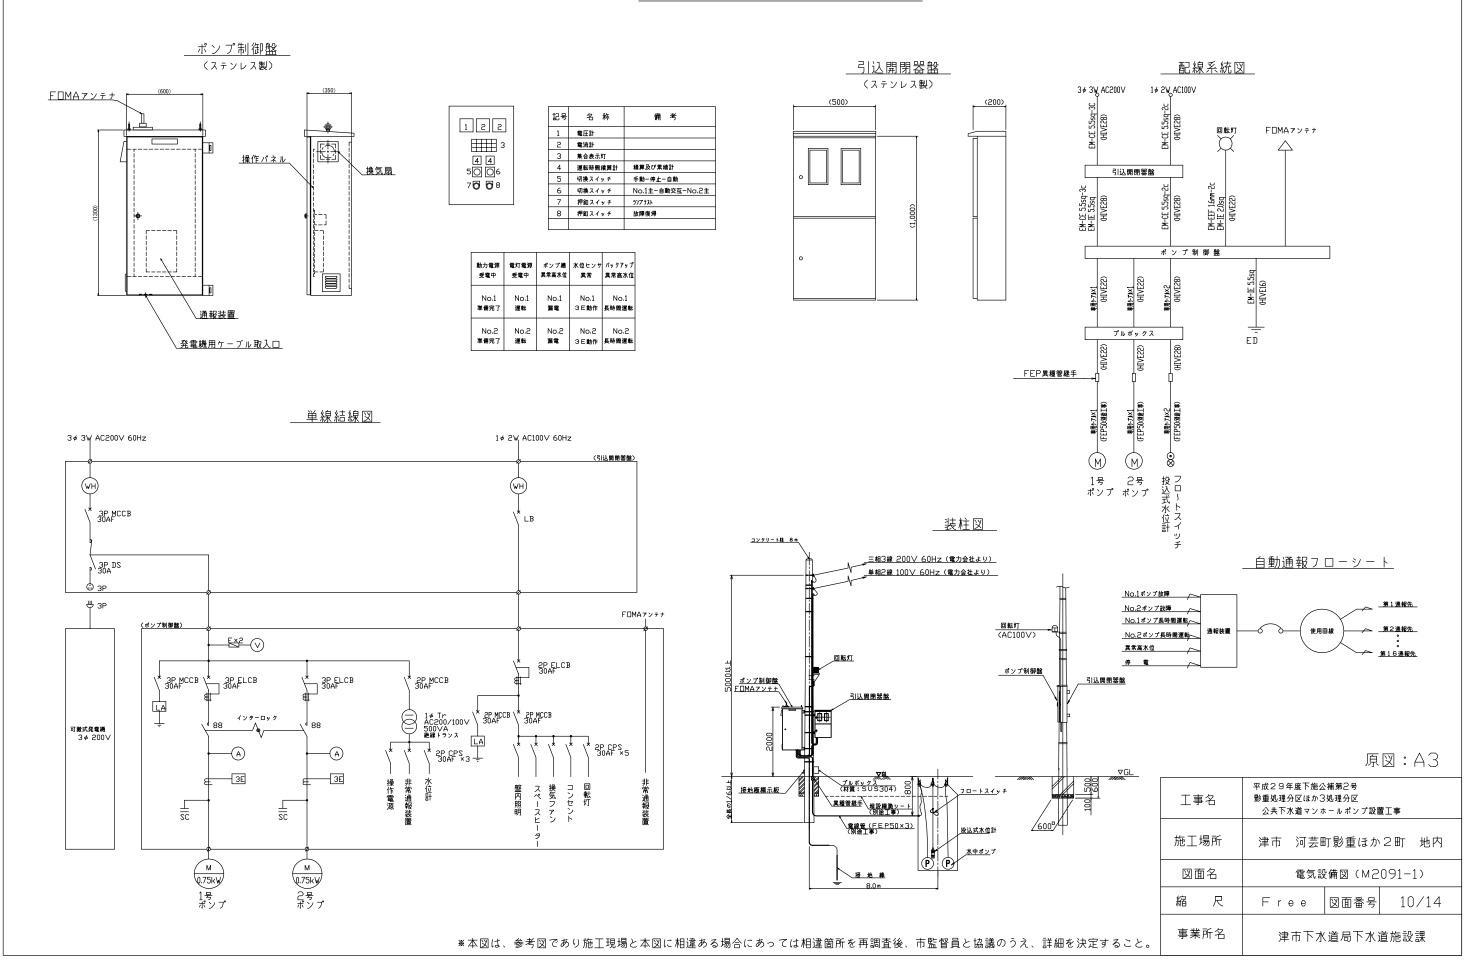

名称:中別保P3

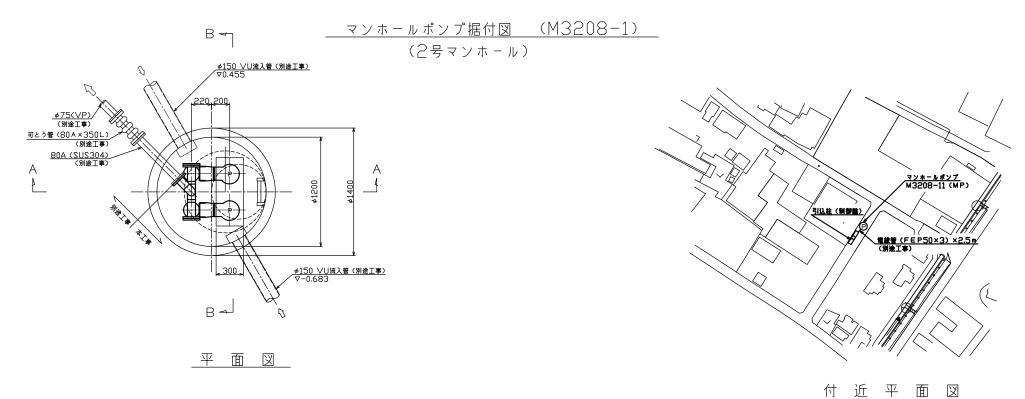

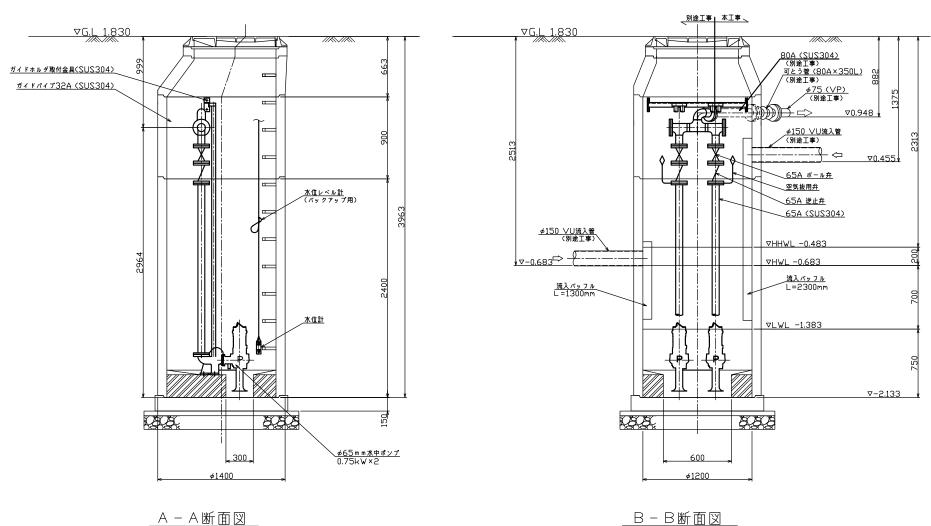


ポンプ仕様

形	式	水中ポンプ(着脱式スカム防止型)
	径	ø65mm
吐出	量	$0.159 \mathrm{m}^3/\mathrm{min}$
全揚	程	4.6m
出	カ	0.75kW
台	数	2台(単独交互運転)


原図:A3


	工事名 施工場所 図面名 縮 尺		平成29年度下施2 影重処理分区ほか3 公共下水道マン7	3処理分区	置工事
			津市 河芸町影重ほか2町 地内		
			マンホールポンプ据付図(M3208-1)		
			Free	図面番号	11/14
•	事業所名		津市下水	(道局下水	道施設課

電 気 設 備 図 (M3208-1)

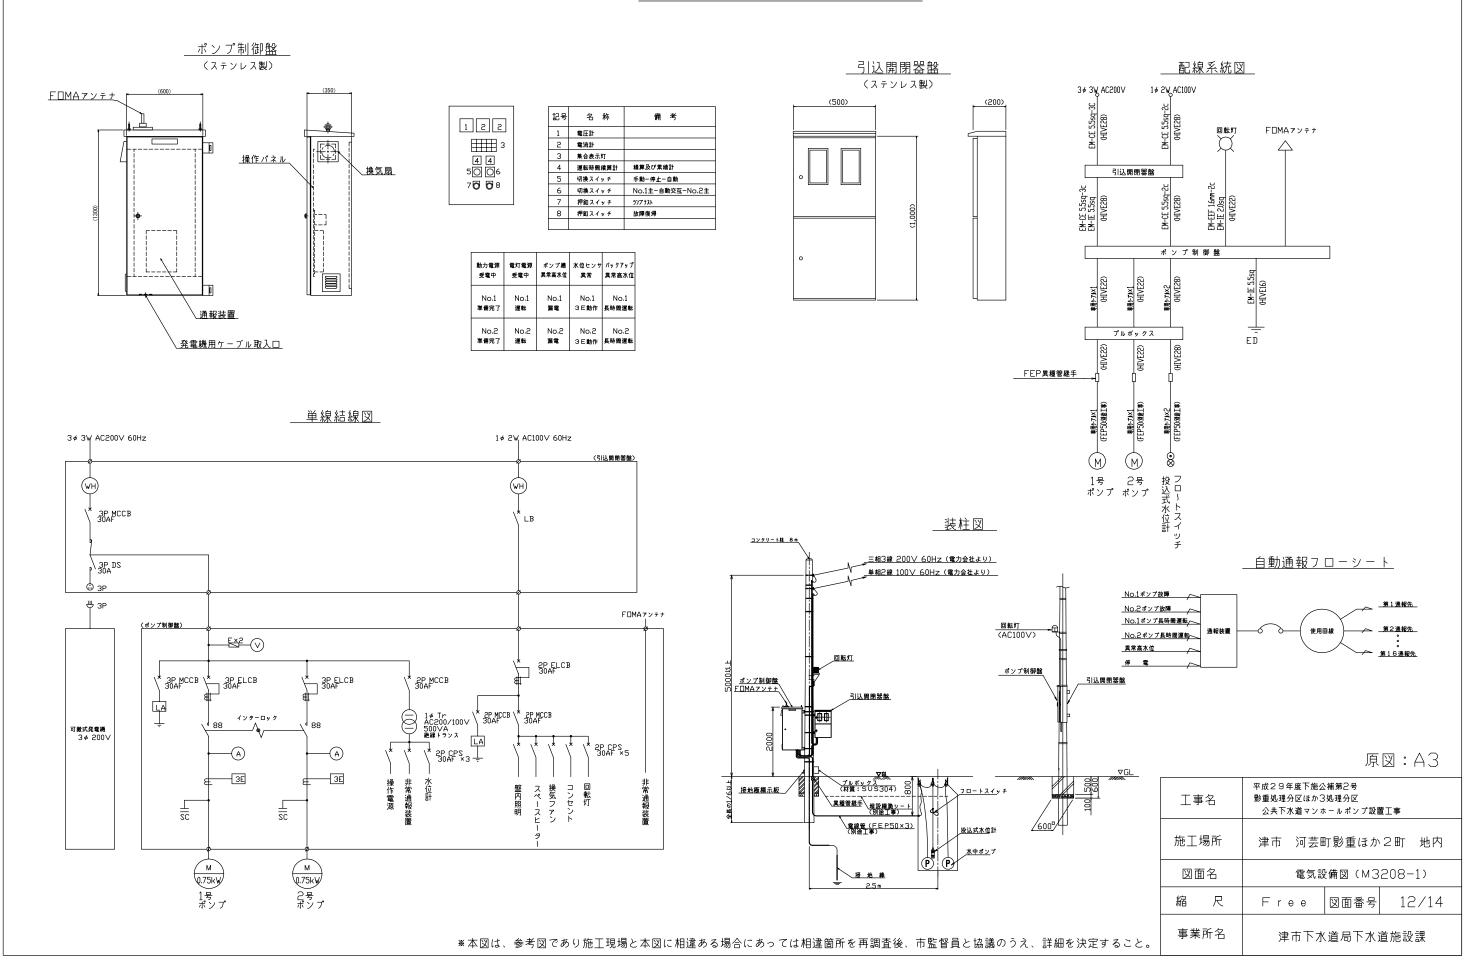


名称:中別保P4

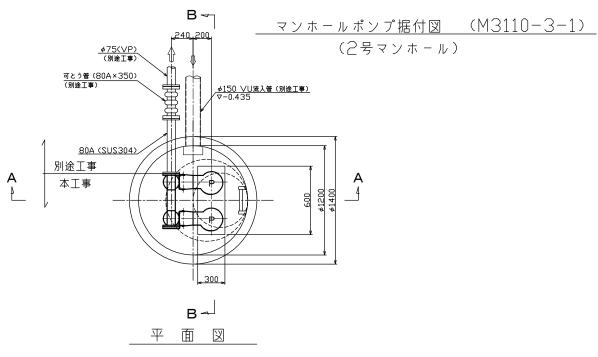


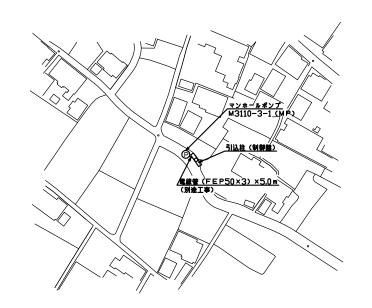

付 近 平 面 図

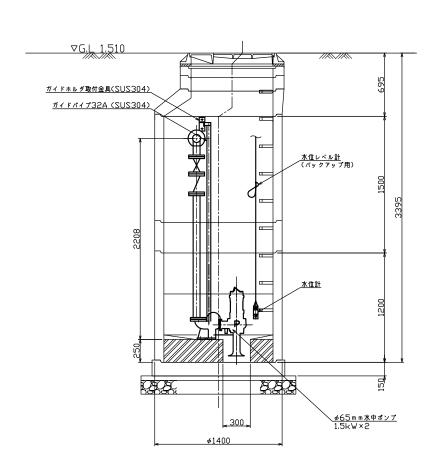

_A - A断面図

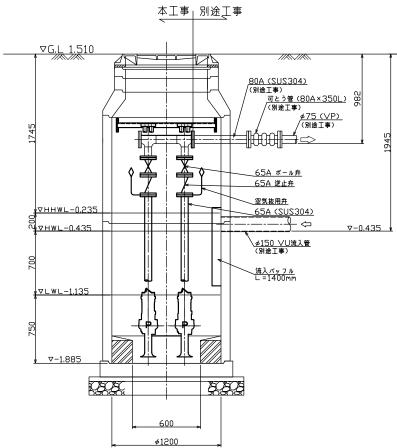

B-B断面図

ポ	' /	プ仕様
11/	/	ノーエルバ

形	芃	水中ポンプ(着脱式スカム防止型
	径	ø65mm
吐出	」量	0.294m³/min
全 揚	易程	8.0m
出	カ	1.5kW
台	数	2台(単独交互運転)

原図:A3

	平成29年度下施公補第2号			
工事名	影重処理分区ほか3処理分区 公共下水道マンホールポンプ設置工事			
施工場所	津市 河芸町影重ほか2町 地内			
図面名	マンホールポンプ据付図(M3110-3-1)			
縮尺	Free 図面番号 13/14			
事業所名	津市下水道局下水道施設課			

電 気 設 備 図 (M3208-11)

