

全体平面図 縮尺:1/200

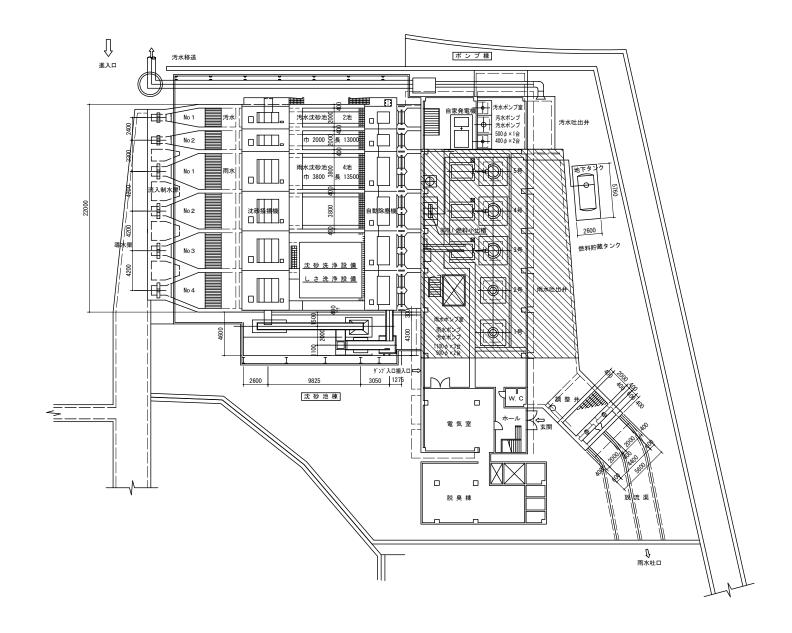

今回施工範囲

※この図面はA1サイズを原寸とする。							
エ 事 名 平成29年度 下建下施2 極楽橋ポンプ場(雨水ポン							
施工箇所名			津市東丸之内地内				
図面名			全体平面図				
縮		尺	1:200	図面番号	1/19		
事業所名			津市下水	道局下水	道建設課		

ポンプ棟 底版 補強範囲図

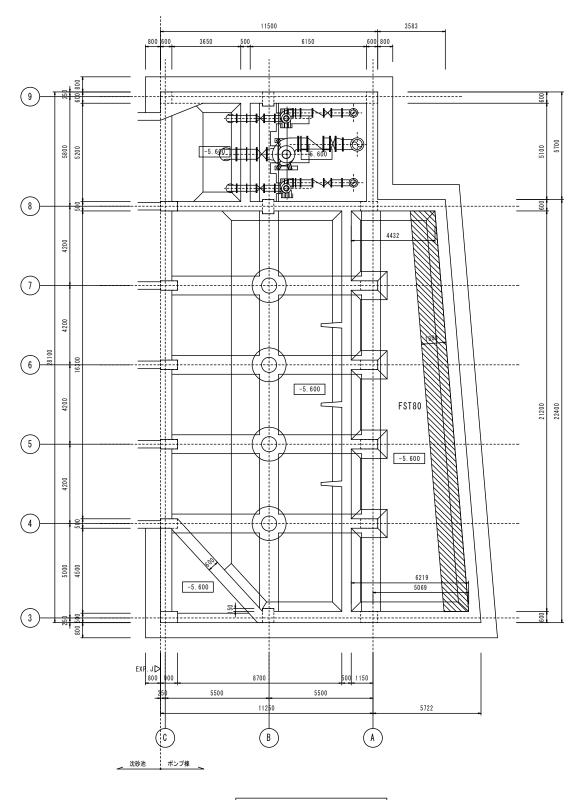


地下2階伏図 S=1/100

注)特記なき限り

1. 床レベルはSLを示す。
 2. は、鉄筋補強範囲を示す。
 3. FST80は、補強部材リストを参照。


※この図面は	※この図面はA1サイズを原寸とする。						
工 事 名	平成29年度 下建下施公補第1号 極楽橋ポンプ場(雨水ポンプ井)耐震補強工事						
施工箇所名	津市東丸之内地内						
図面名	ポンプ棟底版補強範囲図						
縮尺	1:100 図面番号 2/19						
事業所名	津市下水道局下水道建設課						

ポンプ棟 壁 補強範囲図

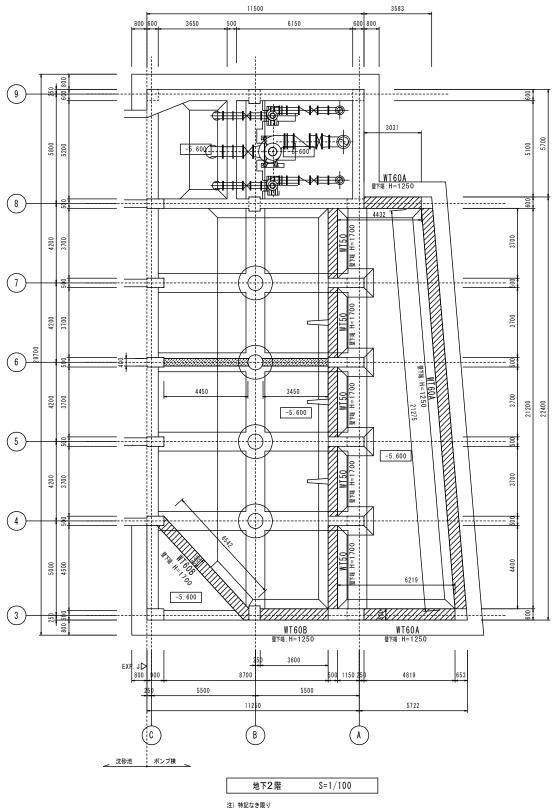


※この図面はA1サイズを原寸とする。							
I	事	名	平成29年度 下建下施公補第1号 極楽橋ポンプ場(雨水ポンプ井)耐震補強工事				
施工箇所名			津市東丸之内地内				
図	面	名	ポンプ棟壁補強範囲図				
縮		尺	1:100	図面番号	3/19		
事業所名			津市下水	道局下水	道建設課		

ポンプ棟 壁 補強範囲軸組図

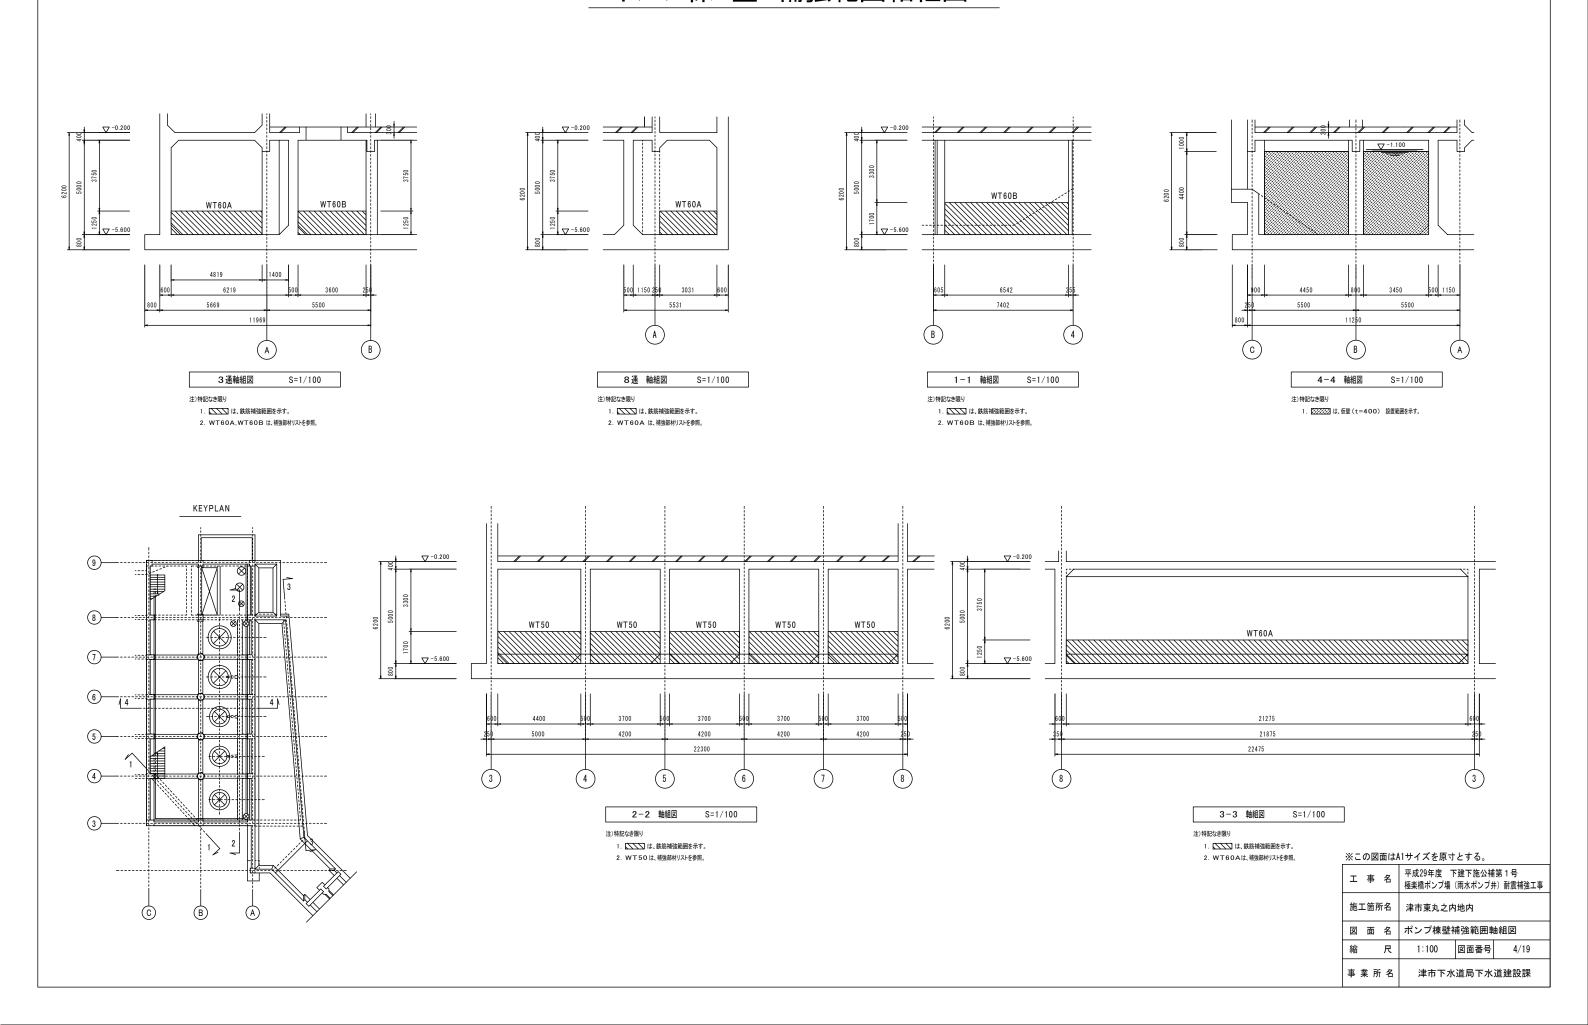


ポンプ棟 補強範囲断面図(1)

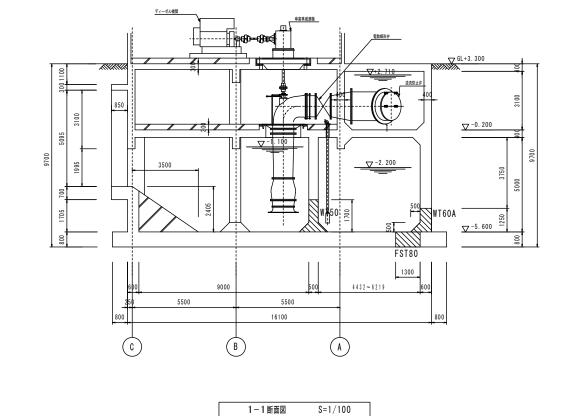

注)特記なき限り

は、鉄筋補強範囲を示す。
 FST80, WT50, WT60Aは、補強部材リストを参照。
 ハンチ撤去・復旧部分については別図参照。

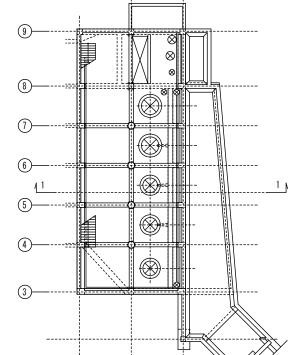


KEYPLAN

※この図面は41サイズを頂寸とする

※この図面はA1サイズを原寸とする。							
I	事	名	平成29年度 下建下施公補第1号 極楽橋ポンプ場(雨水ポンプ井)耐震補強工事				
施工箇所名			津市東丸之内地内				
図	面	名	ポンプ棟補強範囲断面図(1)				
縮		尺	1:100	図面番号	5/19		
事業所名			津市下水	道局下水	道建設課		

ポンプ棟 補強範囲断面図(2)

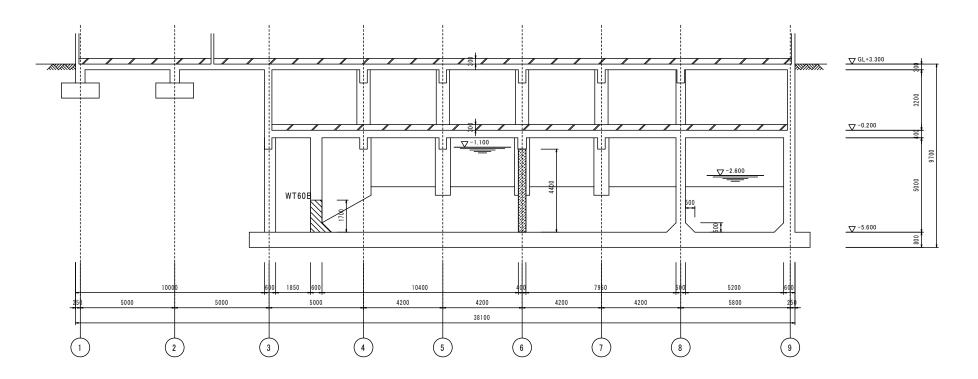


2-2断面図 S=1/100

注)特記なき限り

KEYPLAN

- 1. は、鉄筋補強範囲を示す。
- 2. 2. は、仮壁設置範囲を示す。
- 3. WT60B は、補強部材リストを参照。

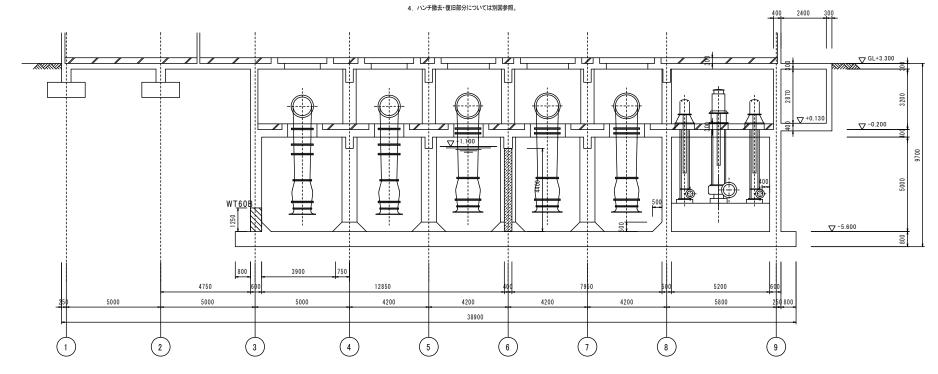

注)特記なき限り

1.
は、鉄筋補強範囲を示す。

3-3断面図


2. は、仮壁設置範囲を示す。

S=1/100

- 3. WT60B は、補強部材リストを参照。
- 4. ハンチ撤去・復旧部分については別図参照。

※この図面はA	※この図面はA1サイズを原寸とする。						
工事名	事 名 平成29年度 下建下施公補第1号 極楽橋ポンブ場 (雨水ポンプ井) 耐震補強工事						
施工箇所名	津市東丸之内地内						
図面名	ポンプ棟補強範囲断面図(2)						
縮尺	1:100 図面番号 6/19						
事業所名	津市下水道局下水道建設課						

ポンプ棟 柱 補強範囲図

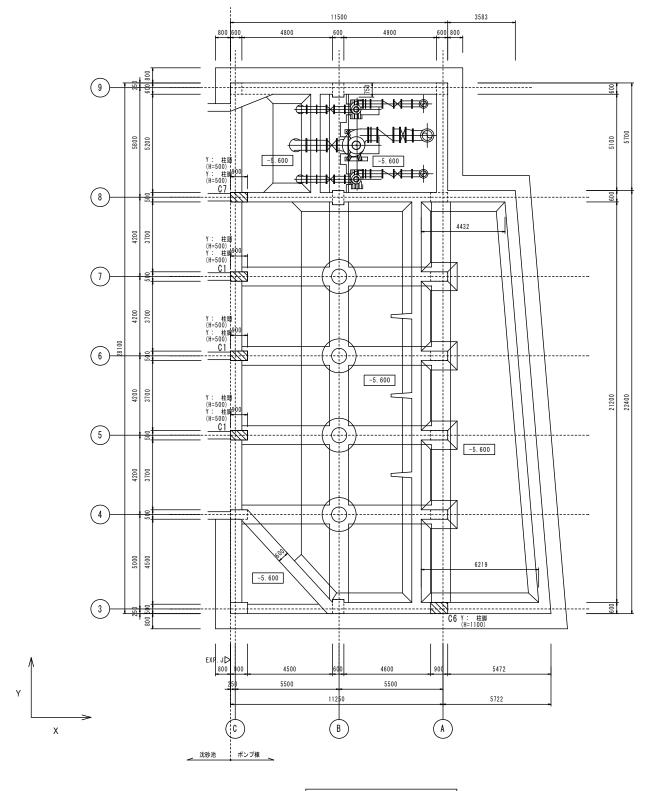

S=1/100 地下2階伏図


注)特記なき限り

1. 床レベルはSLを示す。
 2. は、鉄筋補強範囲を示す。

3. C1, C6, C7 は、補強部材リストを参照。

※この図面は	※この図面はA1サイズを原寸とする。						
工事名	平成29年度 下建下施公補第 1 号 極楽橋ポンプ場(雨水ポンプ井)耐震補強工事						
施工箇所名	津市東丸之内地内						
図面名	ポンプ棟柱補強範囲図						
縮尺	1:100 図面番号 7/19						
事業所名	津市下水道局下水道建設課						

ポンプ棟 梁 補強範囲図

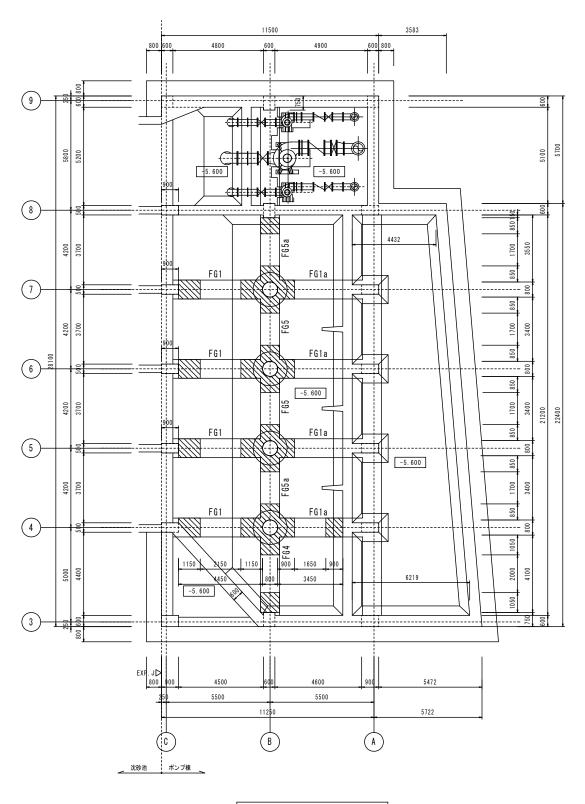

地下2階伏図 S=1/100

注)特記なき限り

3. FG1, FG1a, FG4, FG5, FG5a は、補強部材リストを参照。

※この図面はA	※この図面はA1サイズを原寸とする。						
工 事 名	平成29年度 下建下施公補第 1 号 極楽橋ポンプ場(雨水ポンプ井)耐震補強工事						
施工箇所名	津市東丸之内地内						
図面名	ポンプ棟梁補強範囲図						
縮尺	1:100 図面番号 8/19						
事業所名	津市下水道局下水道建設課						

ポンプ棟 補強部材リスト(1)

底版・壁 補強部材リスト(鉄筋補強工法)


注) 1. 既設鉄筋は探査の上、施工すること。


符号		FST80	WT50	WT60A	WT60B
既設部材厚さ		800	500	600	600
既設鉄筋純かぶり		70	40	40	40
配力筋(既設鉄筋)	施工側	16	13	16	16
主筋(既設鉄筋)		16	13	16	16
既設鉄筋純かぶり		70	40	40	40
配力筋(既設鉄筋)	背面側	16	13	16	16
主筋(既設鉄筋)		16	13	16	16
補強鉄筋径・ピッチ		D19-200×800	D19-200×800	D22-200×800	D25-200×800
せん断補強鉄筋長さ・削孔	長	720	450	550	550
特記事項		-	-	-	-

柱 補強部材リスト(鉄筋補強工法)

注) 1. 既設鉄筋は探査の上、施工すること。

符 号		B2C1	B2C6	B2C7	
位 置		5通/C通 6通/C通 7通/C通	3通/A通	8道/C通	
B × D		900×500	900×600	900×500	
断 面		- B - B - B - B - B - B - B - B - B - B		900.500	
既設部材厚さ		500	600	500	
既設鉄筋純かぶり		30	30	30	
HOOP (既設鉄筋)	施工側	φ9	φ9	φ9	
主筋(既設鉄筋)	1	22	22	22	
既設鉄筋純かぶり		30	30	30	
HOOP (既設鉄筋)	背面側	φ9	φ9	φ9	
主筋(既設鉄筋)		22	22	22	
補強鉄筋径・ピッチ	•	1-D22@250	1-D19@250	1-D25@250	
せん断補強鉄筋長さ・削	孔長	450	550	450	
特記事項		-	-	-	

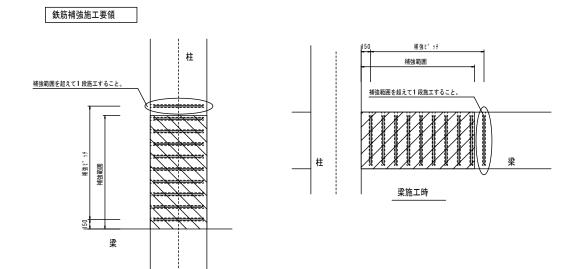

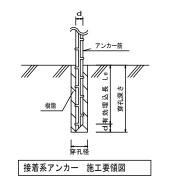

柱施工時

※この図面はA1サイズを原寸とする。

※この図面IJA	※この凶国はAIサイスを原引とする。								
工 事 名	平成29年度 下建下施公補第1号 極楽橋ポンプ場(雨水ポンプ井)耐震補強工事								
施工箇所名	津市東丸之内地内								
図面名	ポンプ棟補強部材リスト(1)								
縮尺	Free 図面番号 9/19								
事業所名	津市下水道局下水道建設課								

ポンプ棟 補強部材リスト(2)


梁 補強部材リスト(鉄筋補強工法)

注) 1. 既設鉄筋は探査の上、施工すること。

	1	I			T	I		
符号		FG1	FG1	FG1a	FG1a	FG4	FG5	FG5a
位 置			5 通 ∕ B通− C通間		5通/A通-B通間 B通端		B通/5通−6通問	B通/4通-5通問
		4.通/B通-C通間	6通/B通−C通間	4 通/ A 通一 B 通間	6通/A通-B通間 B通端	B通/3通-4通間	B通/6通─7通問	B通/7通-8通間
			7通/B通−C通間		7通/A通-B通間 B通端		日週/日週 7週間	D/20/ 7/20 G/20(H)
B × D		1000×800	1000×800	1000×800	1000×800	1000×800	1000×800	1000×800
斯面					0.000.000.00	<u> </u>	2000000000	00d0000000
既設部材厚さ		800	800	800	800	800	800	800
既設鉄筋純かぶり		50	50	50	50	50	50	50
STP (既設鉄筋)	施工側	φ13	φ13	φ13	φ13	φ1 0	φ13	φ13
主筋 (既設鉄筋)		25	25	25	25	25	25	25
既設鉄筋純かぶり		50	50	50	50	50	50	50
STP (既設鉄筋)	背面側	φ13	φ13	φ13	φ13	φ1 0	φ13	φ13
主筋 (既設鉄筋)		25	25	25	25	25	25	25
補強鉄筋径・ピッチ	,	2-D19@250	2-D29@250	2-D29@250	2-D29@250	2-D25@250	1-D29@250	1-D29@250
セラミック定着型せん断 補強鉄筋長さ・削孔長		720	720	720	720	720	720	720
特記事項		-	-	-	-	-	-	-

<u>ж</u> г	※この図面はA1サイズを原寸とする。							
I	事	名	平成29年度 下建下施公補第1号 極楽橋ポンプ場(雨水ポンプ井)耐震補強工事					
施工箇所名			津市東丸之内地内					
図面名			ポンプ棟補強部材リスト(2)					
縮		尺	Free	図面番号	10/19			
事業所名			津市下水	道局下水	道建設課			


ポンプ棟 補強断面配筋図(1)

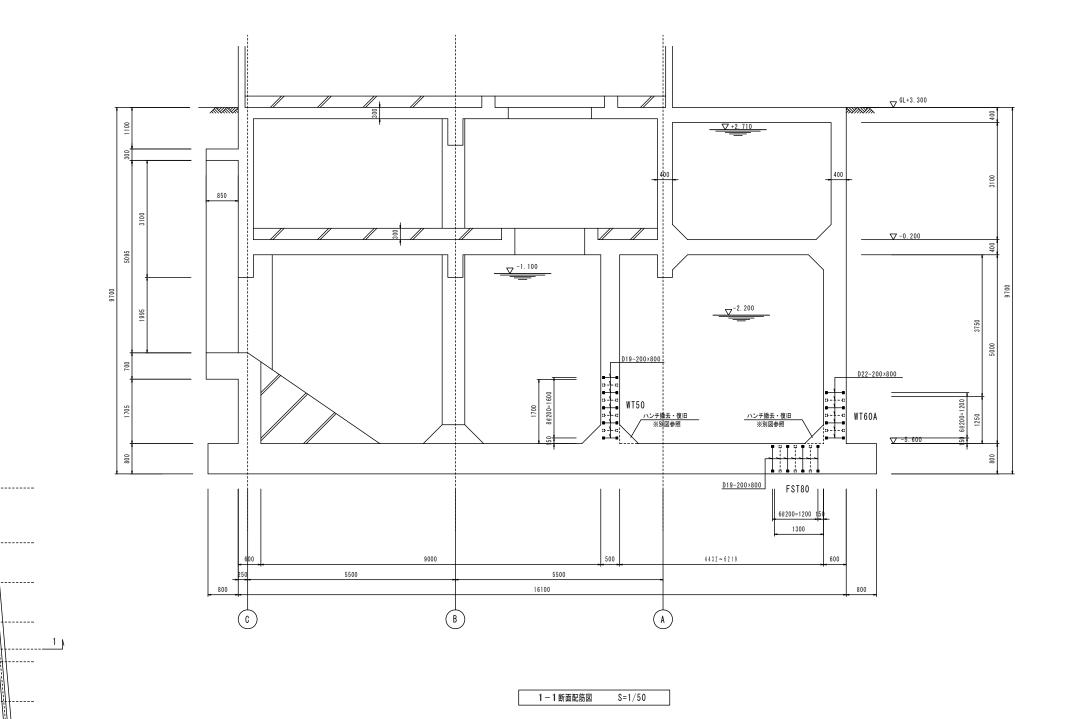

KEYPLAN

※この図面はA1サイズを原寸とする。						
I	事	名	平成29年度 下極楽橋ポンプ場			
施工箇所名			津市東丸之内地内			
図	面	名	ポンプ棟補引	鱼断面配角	5図(1)	
縮		尺	1:50	図面番号	11/19	
事	業所	有名	津市下水	道局下水	道建設課	

ポンプ棟 補強断面配筋図(2)

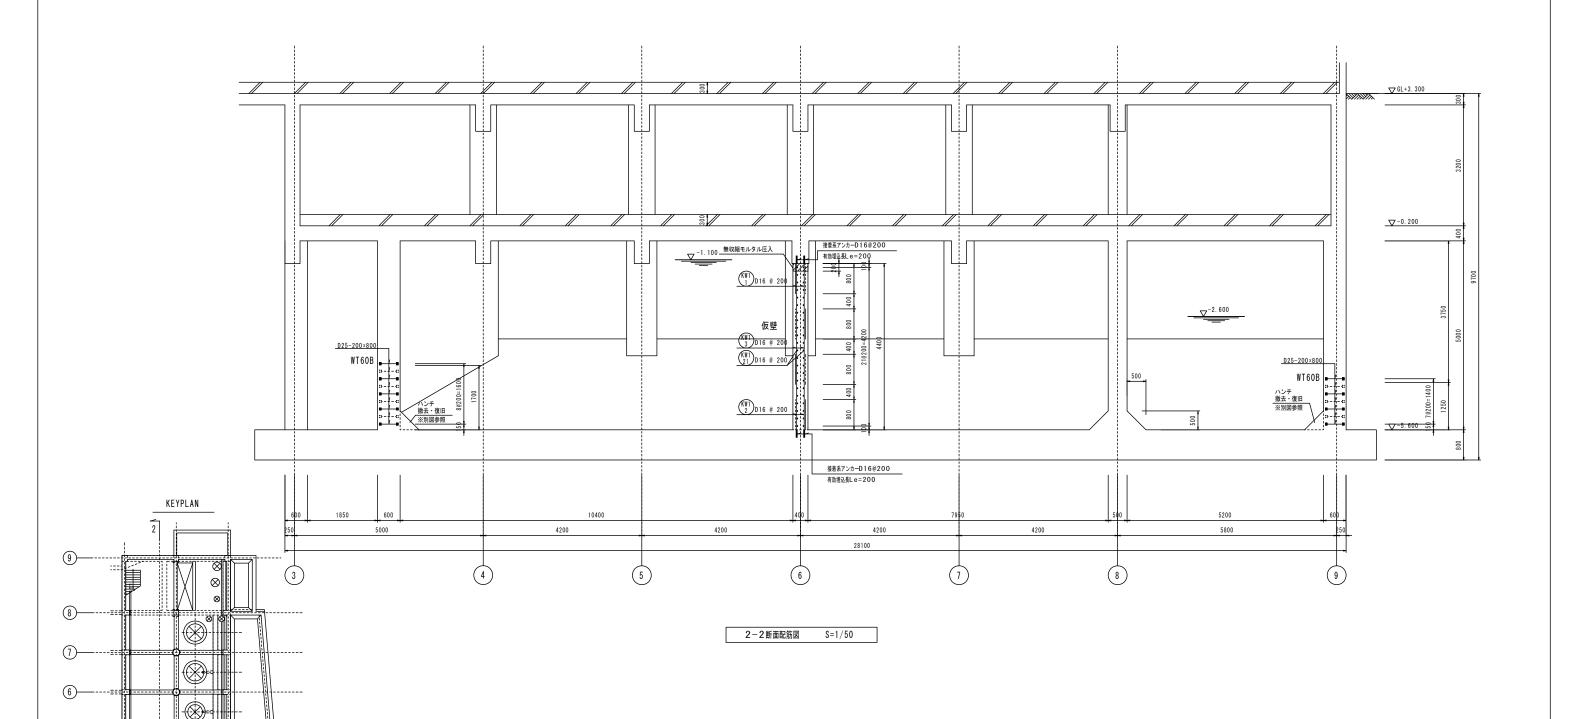



2

※この図面はA1サイズを原寸とする。

※ この四面18/	ACの四面18/17 1 A とかってする。						
工 事 名	平成29年度 下建下施公補第1号 極楽橋ポンプ場(雨水ポンプ井)耐震補強工事						
施工箇所名	津市東丸之内地内						
図面名	ポンプ棟補強断面配筋図(2)						
縮尺	1:50 図面番号 12/19						
事業所名	津市下水道局下水道建設課						

ポンプ棟 仮壁配筋図

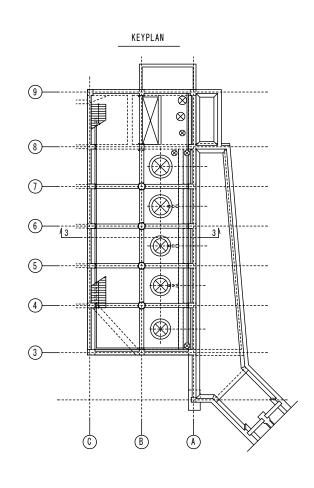


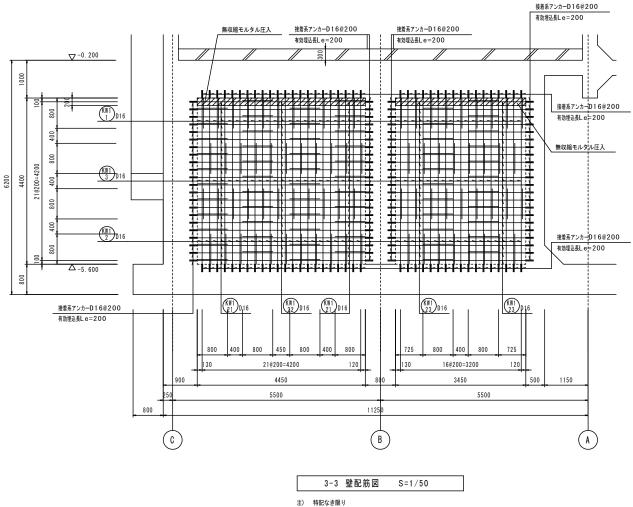

- 1. 既設の鉄筋の位置については現場にて確認のこと。
- 2. 配筋はダブル配筋とする。


_	※この図面はA1サイズを原寸とする。						
	I	事	名	平成29年度 下極楽橋ポンプ場			
	施工箇所名			津市東丸之内地内			
	义	面	名	ポンプ棟仮園	き配筋図		
	縮		尺	1:50	図面番号	13/19	
	事	業所	名	津市下水	道局下水	道建設課	

ポンプ棟 底版 鉄筋補強工法 補強配筋図

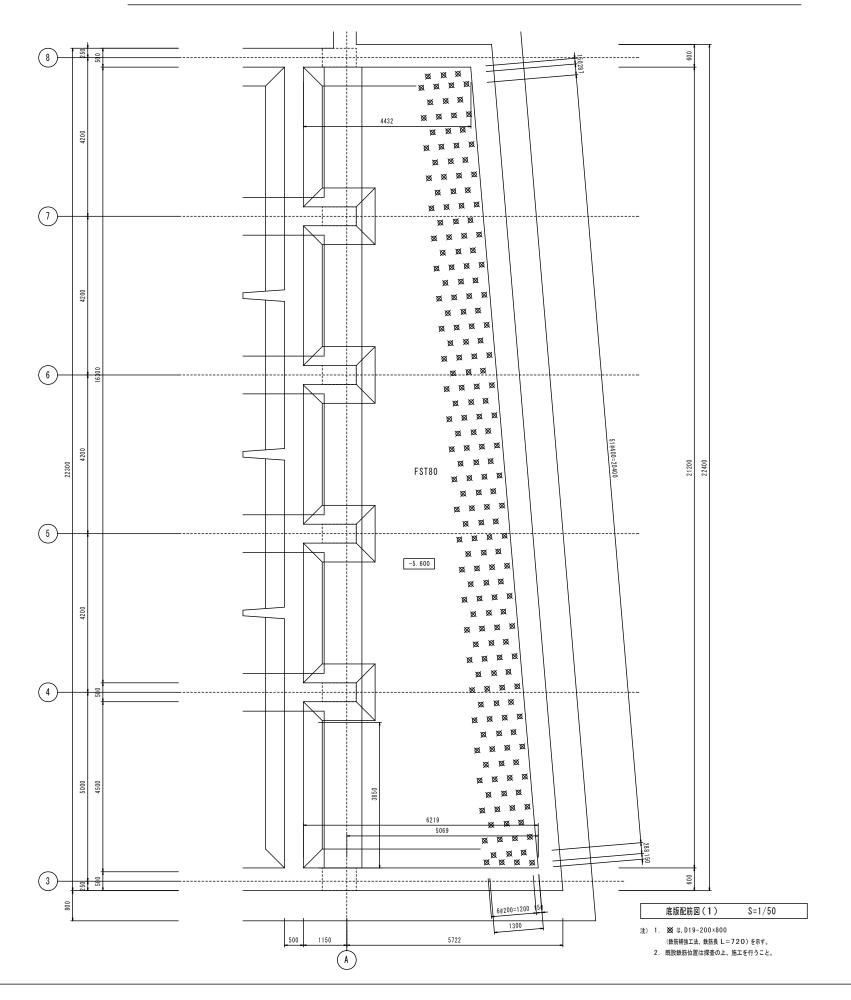

※この図面はA1サイズを原寸とする。							
工 事 名	平成29年度 下建下が 極楽橋ポンプ場(雨水ホ						
施工箇所名	津市東丸之内地内						
図面名	ポンプ棟底版鉄筋補強	鱼工法補強配筋図					
縮尺	1:50 図面	番号 14/19					
事業所名	津市下水道局	下水道建設課					

ポンプ棟 壁 鉄筋補強工法 補強配筋図(1)

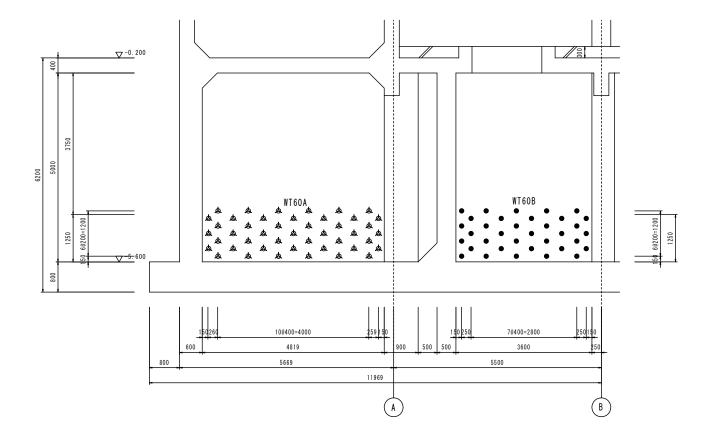

3通 壁配筋図 S=1/50


注) 1. ● は、D25-200×800 (鉄筋補強工法、鉄筋長 L=550)を示す。 2. ▲ は、D22-200×800

(鉄筋補強工法、鉄筋長 L=550) を示す。 3. 既設鉄筋位置は探査の上、施工を行うこと。

※この図面はA1サイズを頂寸とする。

ж.	※この凶国はAIサイスを原引とする。						
I	事	名	平成29年度 下極楽橋ポンプ場				
施工箇所名			津市東丸之内地内				
図	面	名	ポンプ棟壁鉄筋	補強工法補	強配筋図(1)		
縮		尺	1:50	図面番号	15/19		
事	業所	f 名	津市下水	道局下水	道建設課		

ポンプ棟 壁 鉄筋補強工法 補強配筋図(2)

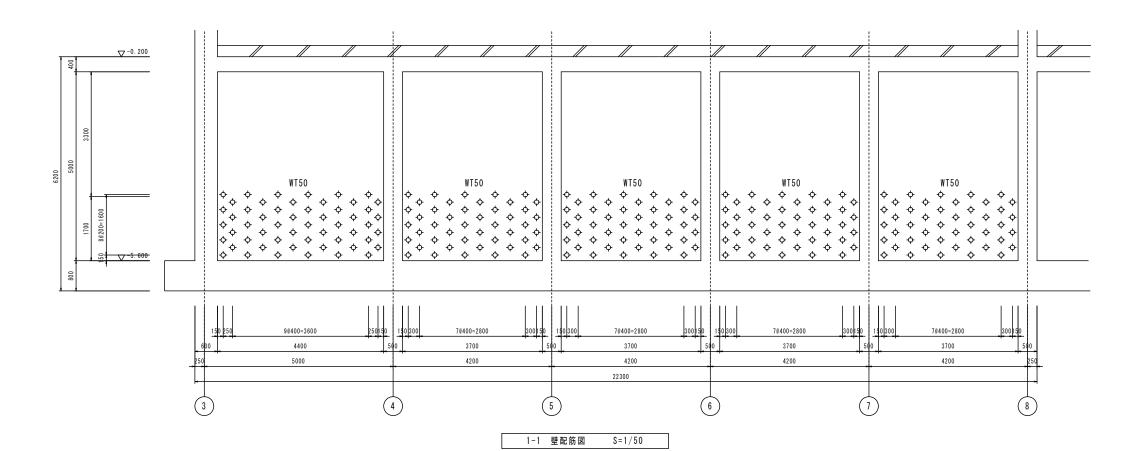


注) 1. **今** は、D19-200×800

(鉄筋補強工法、鉄筋長 L=450) を示す。


2. 既設鉄筋位置は探査の上、施工を行うこと。

ж=	※この図面はA1サイズを原寸とする。						
I	事	名	平成29年度 下極楽橋ポンプ場				
施二	□箇別	f名	津市東丸之内地内				
図	面	名	ポンプ棟壁鉄筋	補強工法補	強配筋図(2)		
縮		尺	1:50	図面番号	16/19		
事	業所	名	津市下水	道局下水	道建設課		

ポンプ棟 壁 鉄筋補強工法 補強配筋図(3)

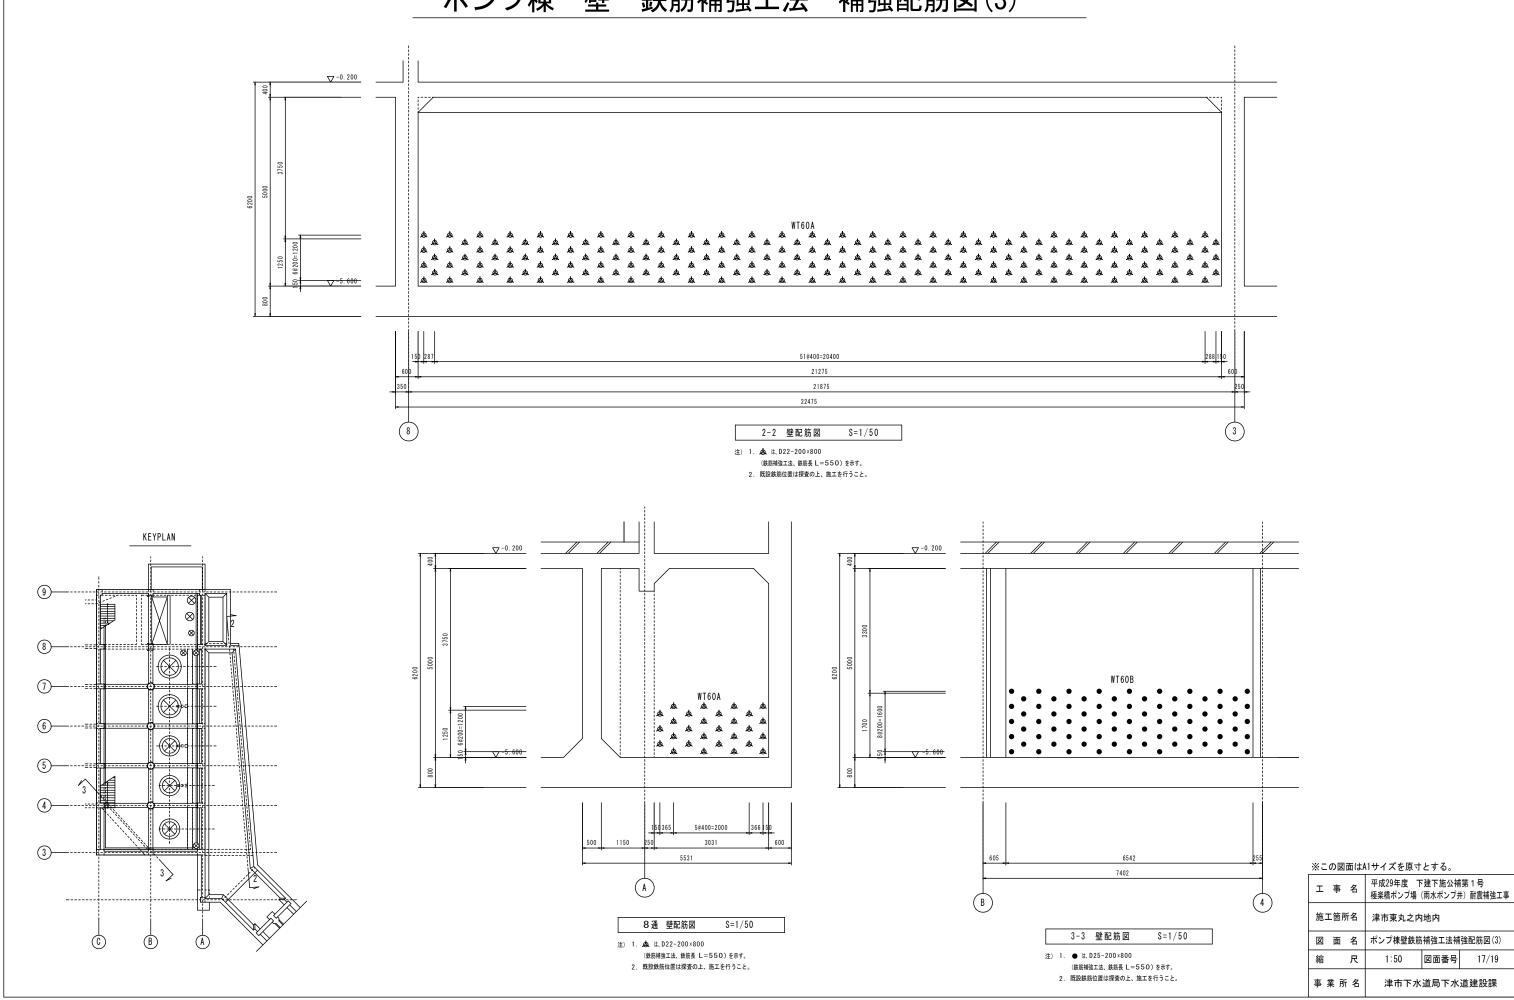

ポンプ棟 ハンチ 撤去・復旧範囲図

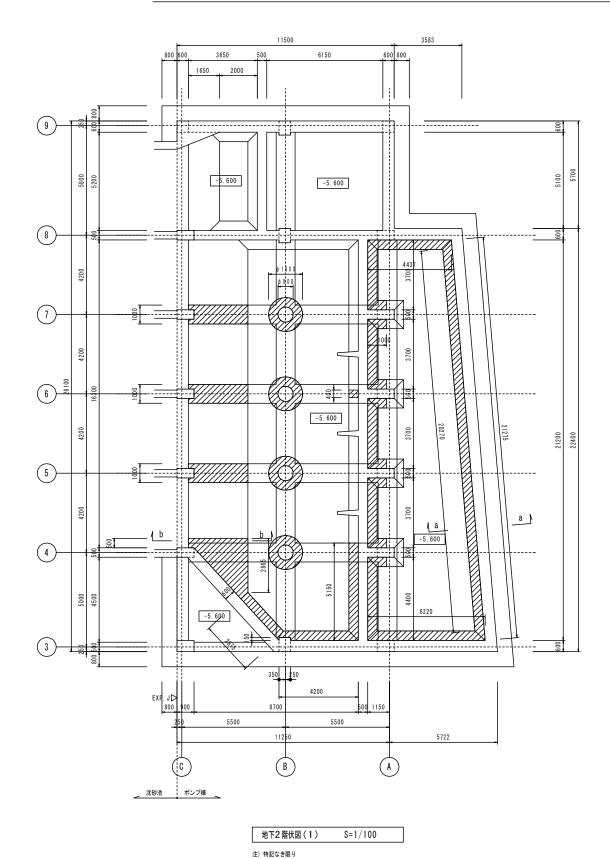


1. 床レベルはSLを示す。



a-a 断面図 S=1/100

注)特記なき限り

1. 2// は、底版部ハンチ撤去・復旧範囲を示す。

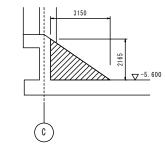

b−b 断面図 S=1/100


注)特記なき限り


1. [2222] は、底版部ハンチ撤去・復旧範囲を示す。

※この図面はA1サイズを原寸とする。

工事名	平成29年度 下建下施公補第1号 極楽橋ポンプ場(雨水ポンプ井) 耐震補強工事		
施工箇所名	津市東丸之内地内		
図面名	ポンプ棟ハンチ撤去・復旧範囲図		
縮 尺	1:100 図面番号 18/19		
事業所名	津市下水道局下水道建設課		

ポンプ棟 ハンチ 復旧配筋図

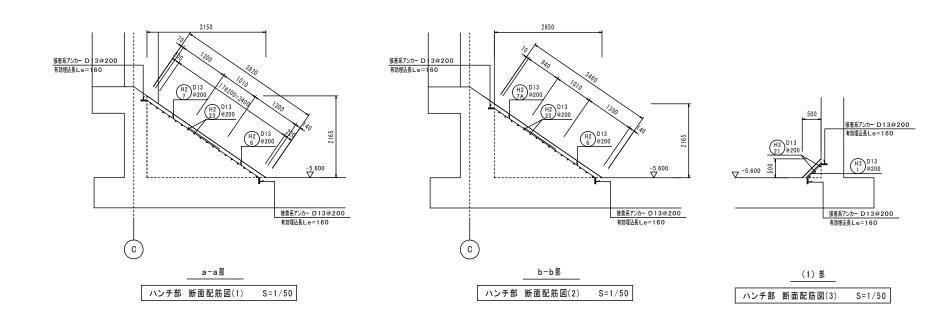

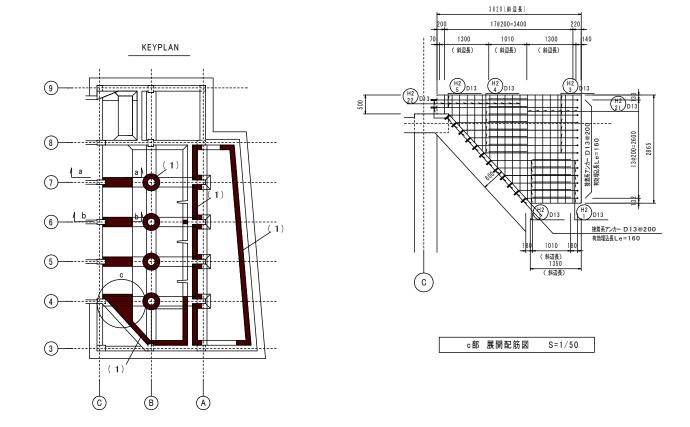

※この図面はA	※この図面はATサイスを原寸とする。						
工 事 名	平成29年度 下建下施公補第1号 極楽橋ポンプ場(雨水ポンプ井)耐震補強工事						
施工箇所名	津市東丸之内地内						
図面名	ポンプ棟ハンチ復旧配筋図						
縮尺	1:50 図面番号 19/19						
事業所名	津市下水道局下水道建設課						