




縦断面図(1) 20.00 KBM. 3 16. 444 (405) ⊗ 350 2.6 ‰ ∇ 14.539 10.00 パイプビーム形式水質橋 (別途詳細図参照) 今回施工区間 補助対象工事 DL=5.00 管番号表 48 37 管番号 48 37 VP, SUS φ 100 圧送 PRP φ 200 12. 0‰ VP φ 100 管径・勾配 圧送 圧送 4. 30m 98. 35m 15. 35m 101.80m 1. 58 1. 51 1. 58 0. 60 9 9 60 9 土被り 0 -0.82 88 81 80 82 82 82 掘削深 o. o. 689 741 761 710 管底高 4 4 4 5 15. ※この図面はA2サイズを原寸とする。 45-19 地盤高 16. 16. 16. 平成29年度下建公補第21号 曽根北汚水幹線築造工事 工 事 名 30 4 05 -追加距離 99. 施工箇所名 津市安濃町内多及び安濃町太田地内 0.00 95 単距離 26. 3. 図 面 名 縦断面図(1) V=1:100 H=1:500 75 尺 図面番号 2/22 測点 +94. +98. 事 業 所 名 津市下水道局下水道建設課

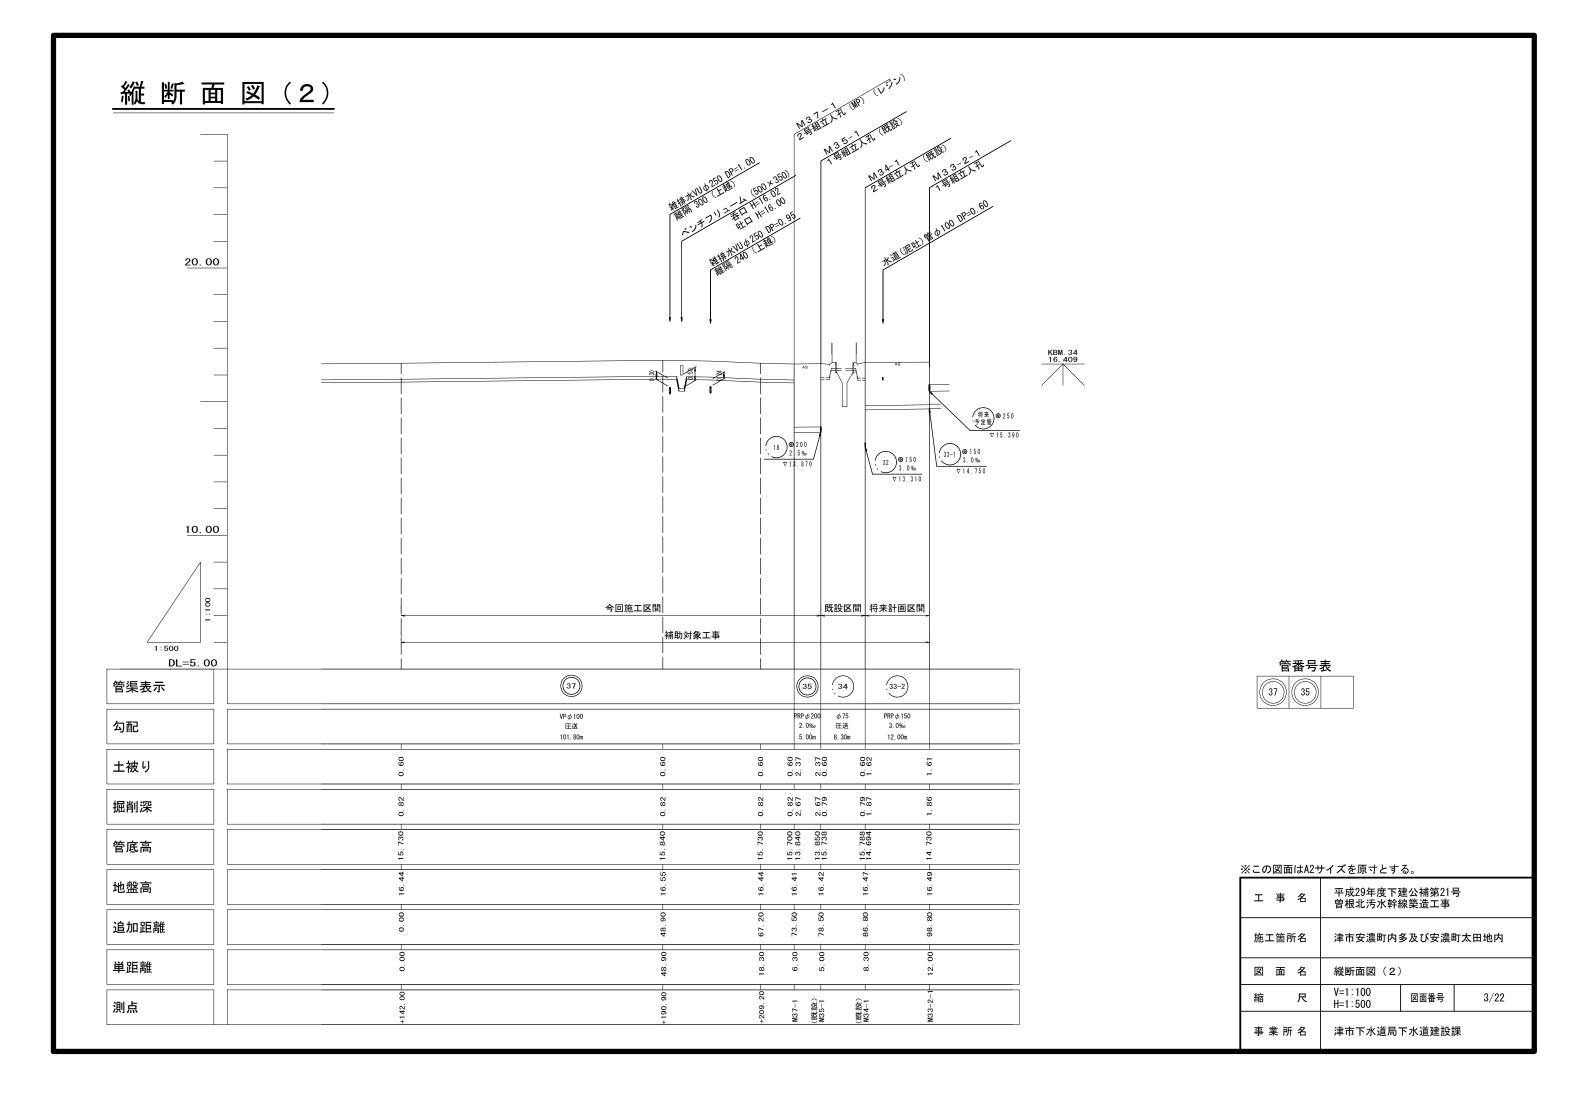


横断面図

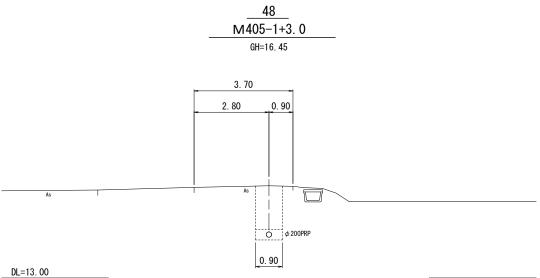



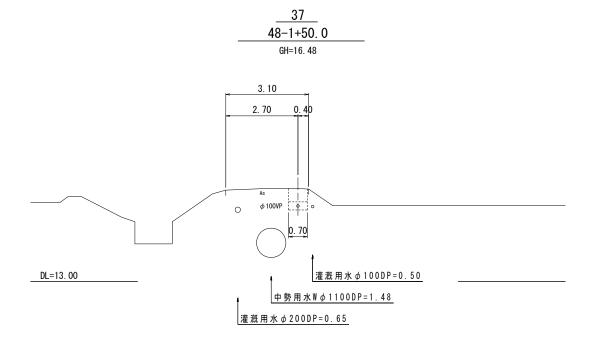


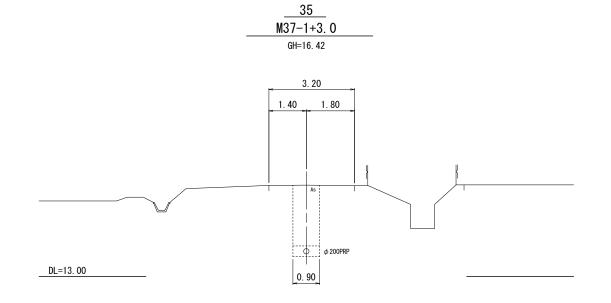


37 M48-1+155. 0

GH=16. 44

| 次との西面はAEグイスを添ってする。 | | | | | | |
|--------------------|-------------------------------|-------|------|--|--|--|
| 工事名 | 平成29年度下建公補第21号 曽根北汚水幹線築造工事 | | | | | |
| 施工箇所名 | 津市安濃町内多及び安濃町太田地内 | | | | | |
| 図面名 | 横断面図 | | | | | |
| 縮尺 | 1:100 | 図面番号 | 4/22 | | | |
| 事業所名 | 津市下水道局 | 下水道建設 | 課 | | | |

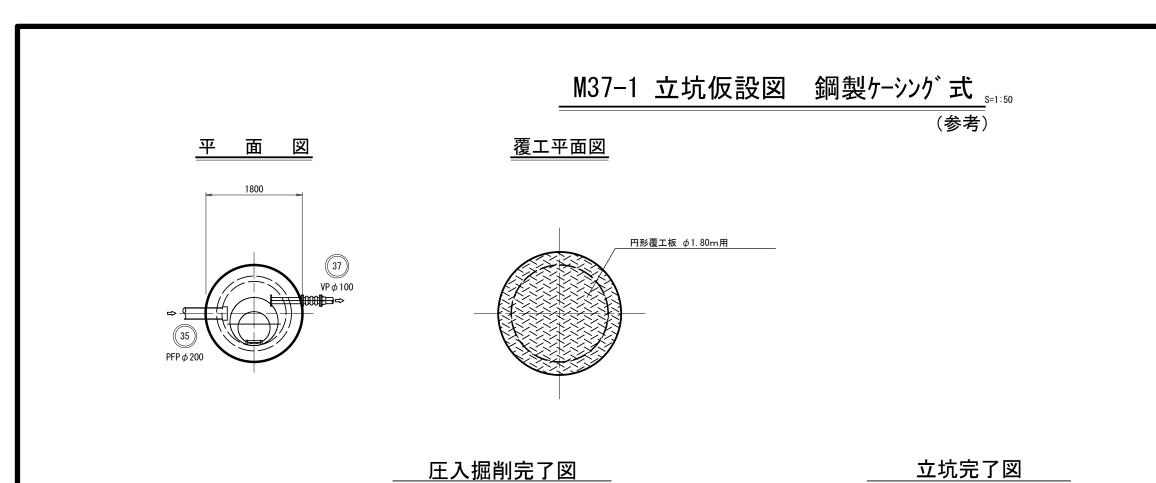

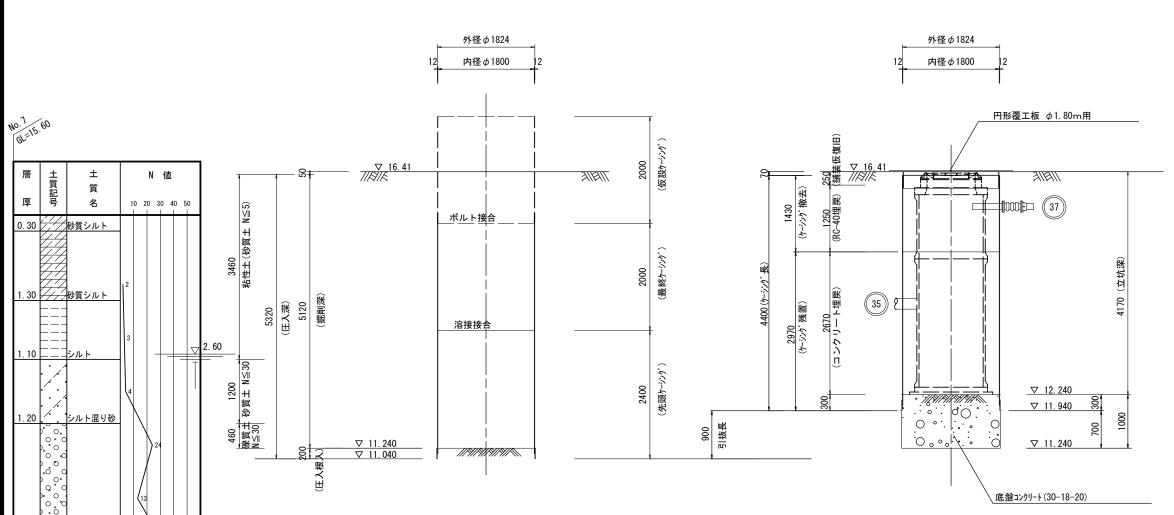

※この図面はA2サイズを原寸とする。

工 事 名

施工箇所名

図 面 名

事業所名

尺

平成29年度下建公補第21号 曽根北汚水幹線築造工事

津市下水道局下水道建設課


津市安濃町内多及び安濃町太田地内

M37-1立坑仮設図 鋼製ケーシング式


図面番号

5/22

M37-1 2号レジンマンホール構造図

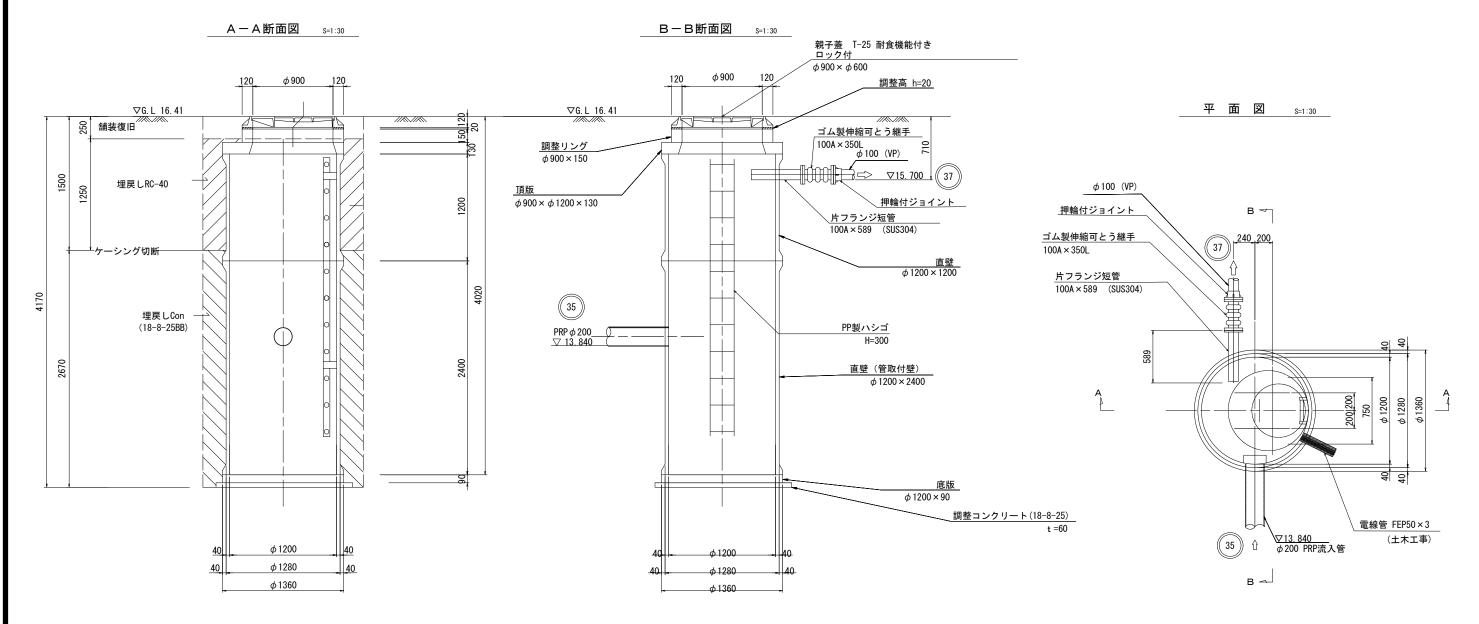


位 置 図 s=1:500

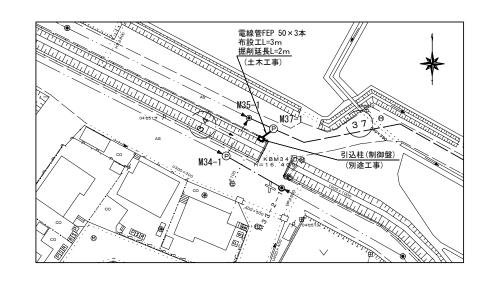


| ※この図面はAZ! | 次この凶国はAZリイスを原うこうる。 | | | | | |
|------------------------|-------------------------------|-------|------|--|--|--|
| 工事名 | 平成29年度下建公補第21号 曽根北汚水幹線築造工事 | | | | | |
| 施工箇所名 津市安濃町内多及び安濃町太田地内 | | | | | | |
| 図面名 | M37-1 2号レジンマンホール構造図 | | | | | |
| 縮尺 | 図示 | 図面番号 | 6/22 | | | |
| 事業所名 | 津市下水道局 | 下水道建設 | 課 | | | |

M48-1 1号レジンマンホール構造図


平 面 図

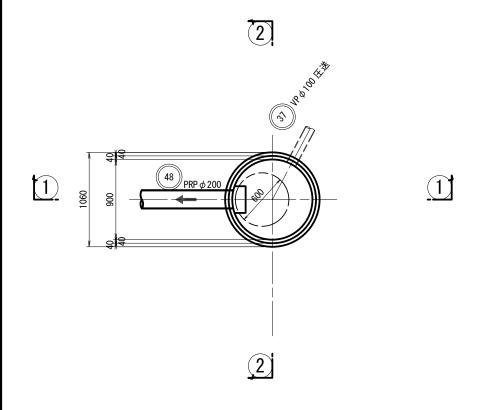

1—1 断面

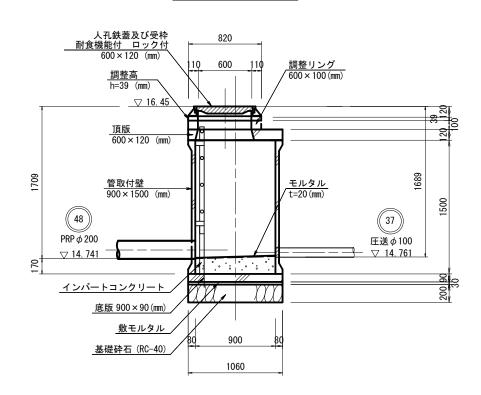


2 数 断 面

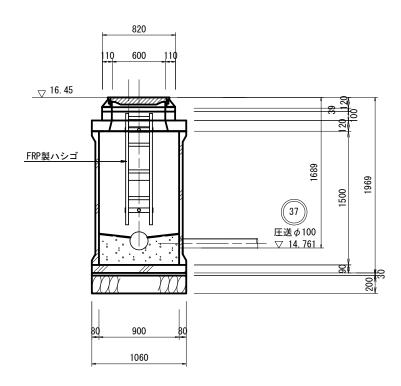


※この図面はA2サイズを原寸とする。

| 工事名 | 平成29年度下建公補第21号 曽根北汚水幹線築造工事 | | | | |
|-------|-------------------------------|------|------|--|--|
| 施工箇所名 | 津市安濃町内多及び安濃町太田地内 | | | | |
| 図 面 名 | M48-1 1号レジンマンホール構造図 | | | | |
| 縮尺 | 1:30 | 図面番号 | 7/22 | | |
| 事業所名 | 津市下水道局下水道建設課 | | | | |

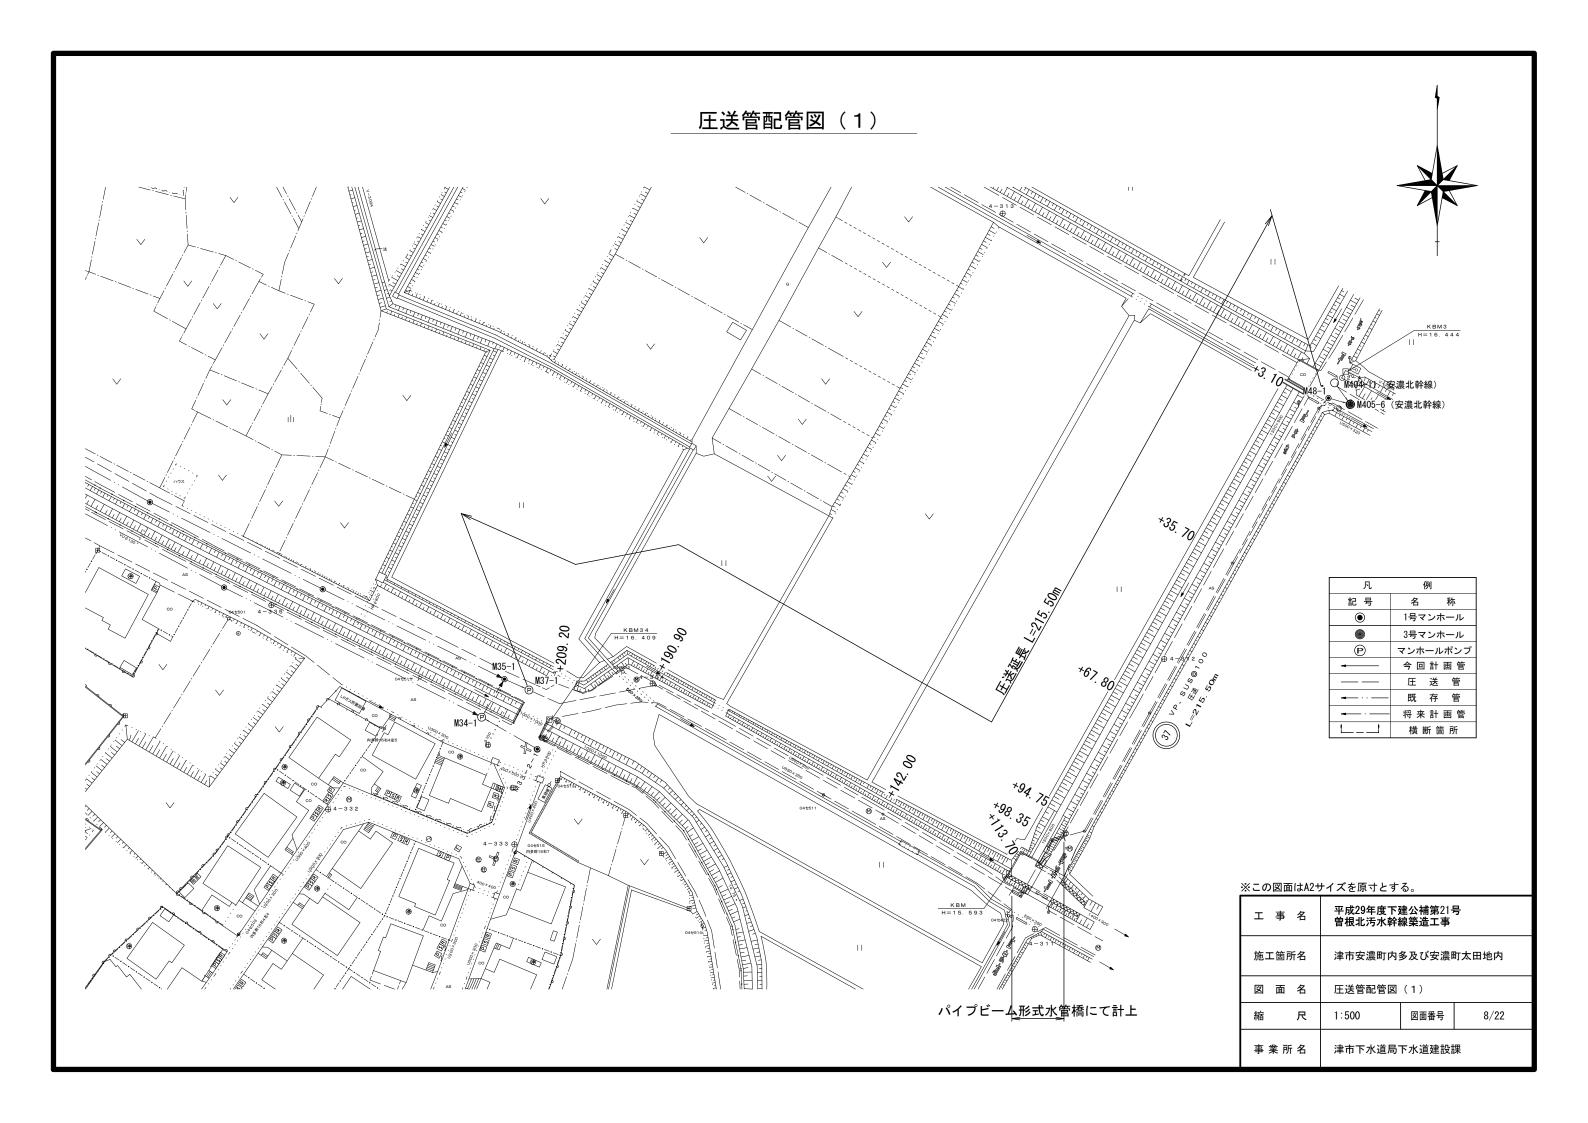


圧送管配管図(2)

S=1:Free

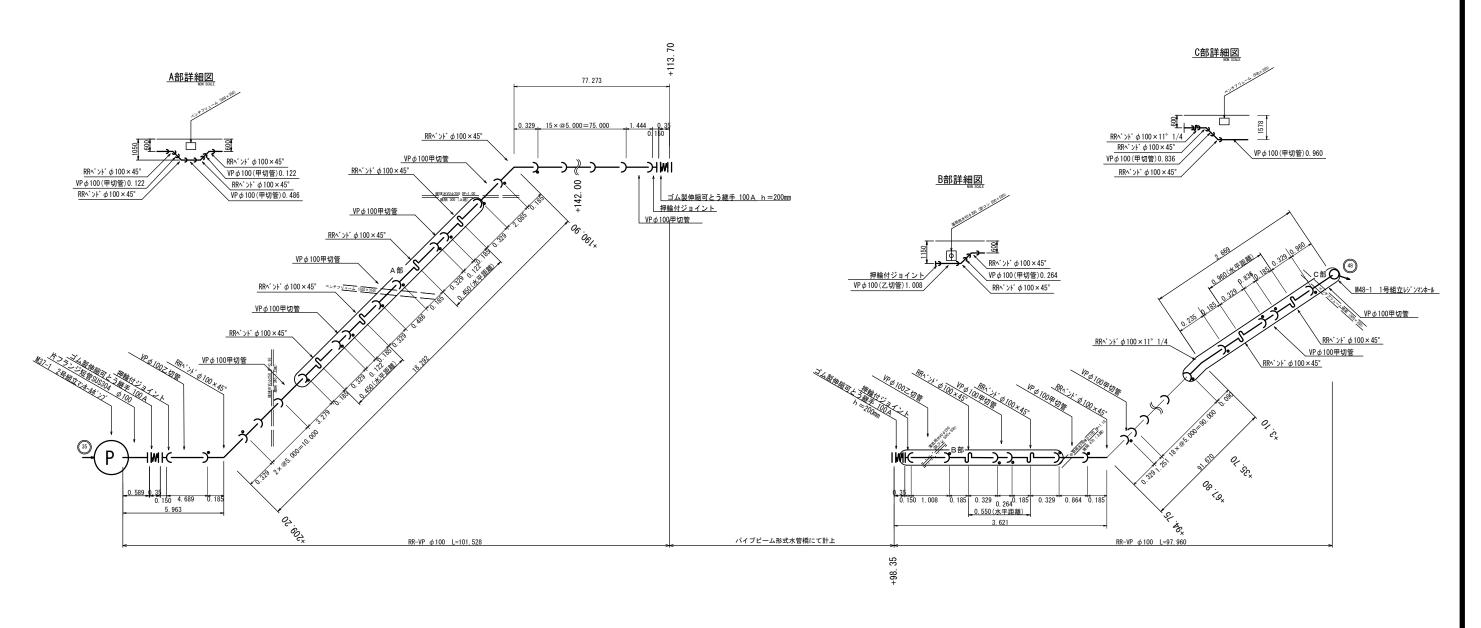


※VP曲管継手部には離脱防止金具を取り付ける。

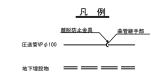



| 水との西面はたり「バと水」とりも。 | | | | | | |
|-------------------|-------------------------------|-------|------|--|--|--|
| 工事名 | 平成29年度下建公補第21号 曽根北汚水幹線築造工事 | | | | | |
| 施工箇所名 | 津市安濃町内多及び安濃町太田地内 | | | | | |
| 図面名 | 圧送管配管図(2) | | | | | |
| 縮尺 | 1:Free | 図面番号 | 9/22 | | | |
| 事業所名 | 津市下水道局 | 下水道建設 | 課 | | | |

パイプビーム形式水管橋 橋梁一般図(参考)

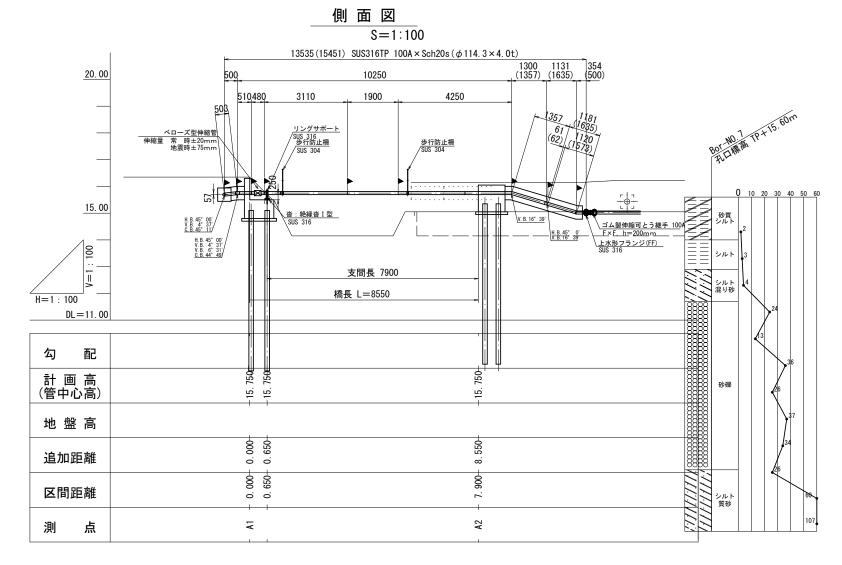

平面図 S = 1:100

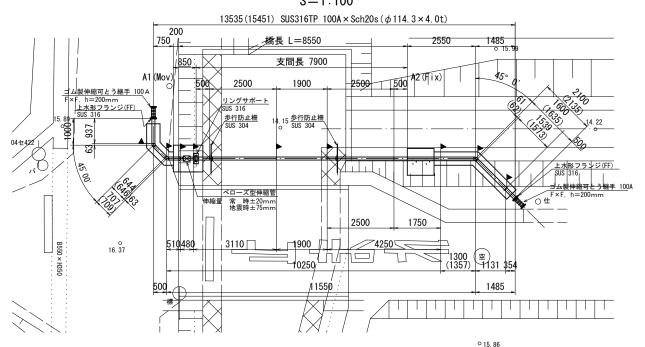

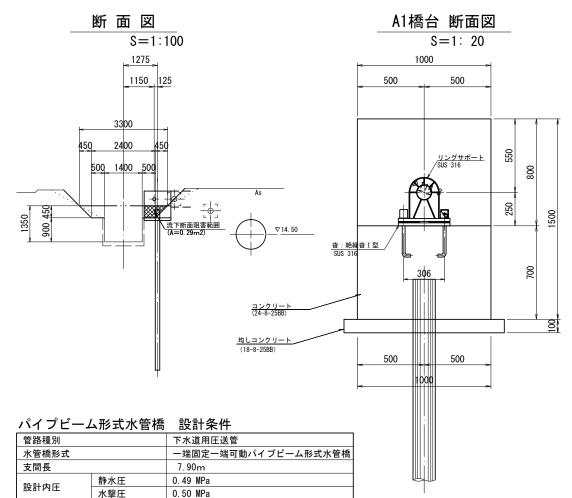

配管用ステンレス鋼鋼管(SUS316TP)

水管橋設計基準(耐震設計編) WSP064-2007

100A (φ114.3×4.0t)

1.5kN/m2

3.0kN/m2

Ⅱ種地盤 A地域

考慮しない

考慮しない

地震動 A1橋台 Kh1=0.22

い*ル1 A2橋台 Kh1=0.23

地震動 A1橋台 ±5.1mm

い N1 A2橋台 ±5.5mm

水管橋設計基準 WSP007-99

《特記事項》

- 特に示さない限り寸法はmm単位とし、()内寸法は実長とする。

円筒

- 特に示さない限り、使用する材質はSUS304とする。 3. 適用規格
 - (1) 鋼管は配管用ステンレス鋼鋼管 JIS G 3459(SUS316)による。 (2) その他の鋼材は以下に挙げる規格もしくはこれらに準ずるものを用いる。
 - ・熱間圧延ステンレス鋼板及び鋼材 JIS G 4304
 - ・冷間圧延ステンレス鋼板及び鋼材 JIS G 4305 ・ステンレス棒鋼 JIS G 4303
- (3) 異形管の製作寸法は、水輸送用塗覆装鋼管の異形管JIS G 3443-2による。
- 4. 塗覆装

使用鋼材

口径・管厚

設計基準

風荷重

地盤種別

地域区分 通行荷重

積雪荷重

地震時の 下部工変位量

設計水平震度


- □ 印は現場溶接箇所を示す。 施工、製作は、現地実測確認の上行なうこととする。
- 7. 日本水道協会検査合格品とする。 8. ベローズ型伸縮管は伸縮量常時±20mm、地震時±75mmを使用する。

※この図面は42サイズを頂せとする


| | 次この区面はAZリイスを原うこする。 | | | | | | | |
|---|--------------------|-------------------------------|-------|-------|--|--|--|--|
| , | 工事名 | 平成29年度下建公補第21号 曽根北汚水幹線築造工事 | | | | | | |
| , | 施工箇所名 | 津市安濃町内多及び安濃町太田地内 | | | | | | |
| | 図面名 | パイプビーム形式水管橋 橋梁一般図(参考) | | | | | | |
| | 縮尺 | 図示 | 図面番号 | 10/22 | | | | |
| | 事業所名 | 津市下水道局 | 下水道建設 | 課 | | | | |

パイプビーム形式水管橋 上部工詳細図(参考)

側面図 S = 1:50

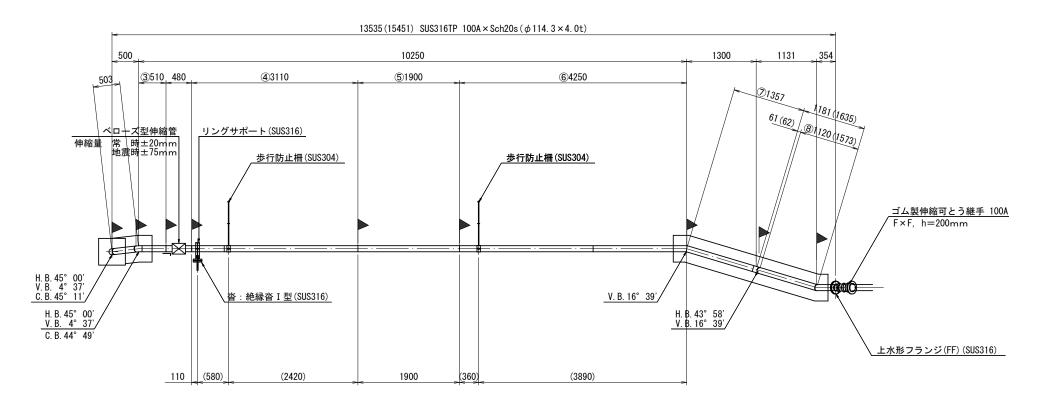


平面図 S=1:50

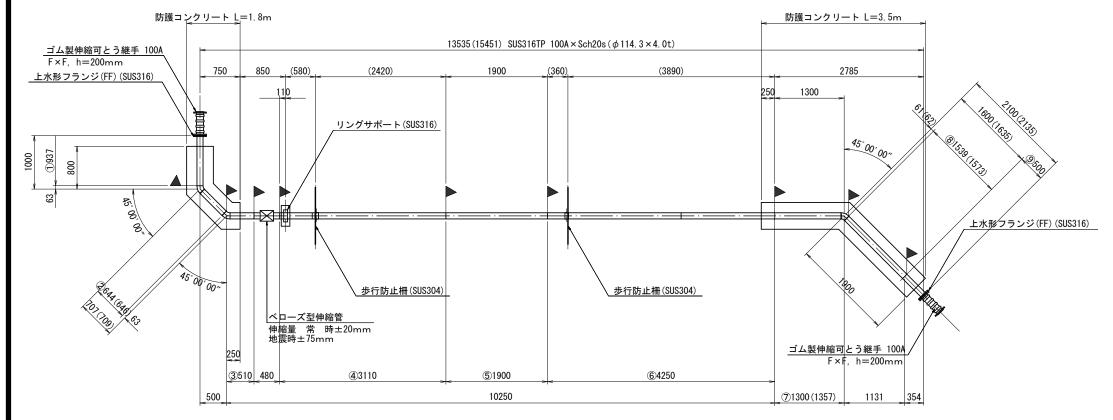

防護コンクリート

S=1:20

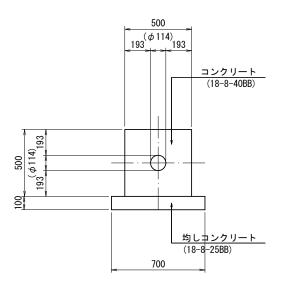

防護コンクリート 材料表

10.0m当り

| 名 称 | 規格 | 単位 | 数量 | 摘要 |
|----------|-----------|----|-------|----|
| コンクリート | 18-8-40BB | m3 | 2. 4 | |
| 型枠 | | m2 | 10. 0 | |
| 均しコンクリート | 18-8-25BB | m3 | 0. 7 | |
| 均し型枠 | | m2 | 2. 0 | |
| 基面整正 | | m2 | 7. 0 | |
| | | | | |

《特記事項》

- 1. 表記単位
 - 、 特に示さない限り寸法はmm単位とし、()内寸法は実長とする。
- 2 使用材質 特に示さない限り、使用する材質はSUS304とする。 3. 適用規格

 - (1) 鋼管は配管用ステンレス鋼鋼管 JIS G 3459(SUS316)による。 (2) その他の鋼材は以下に挙げる規格もしくはこれらに準ずるものを用いる。 ・熱間圧延ステンレス鋼板及び鋼材 JIS G 4304
 - ・冷間圧延ステンレス鋼板及び鋼材 JIS G 4305
 - ステンレス棒鋼
 JIS G 4303
 (3) 異形管の製作寸法は、水輸送用塗覆装鋼管の異形管JIS G 3443-2による。
- 4. 塗覆装

≠ 後表 | 内 | 面 : 無塗装とする。 | 外 | 面 : 埋設部のみポリウレタン被覆とする。

| 工事名 | 平成29年度下建公補第21号 曽根北汚水幹線築造工事 | | | |
|-------|-------------------------------|--|--|--|
| 施工箇所名 | 津市安濃町内多及び安濃町太田地内 | | | |
| 図面名 | パイプビーム形式水管橋 上部工詳細図(参考) | | | |
| 縮尺 | 1:50 図面番号 11/22 | | | |
| 事業所名 | 課 | | | |

パイプビーム形式水管橋 上部工部品詳細図(参考)

リングサポート詳細図


S=1:10


※材質は SUS316とする。


歩行防止柵詳細図

S=1:10


※材質は SUS304とする。

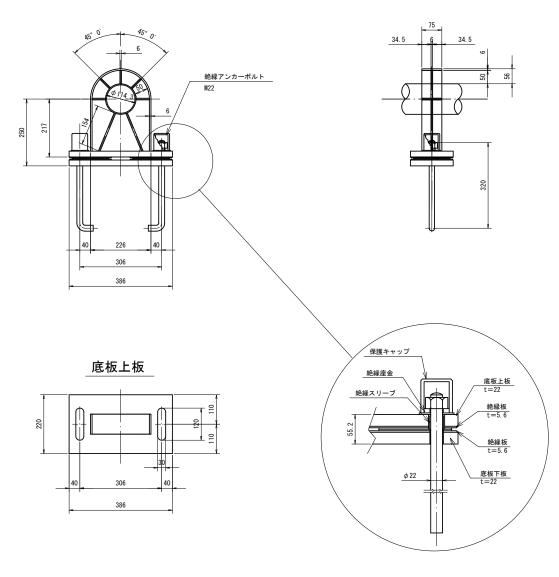

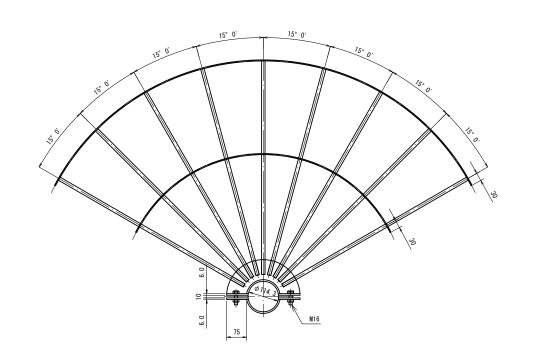

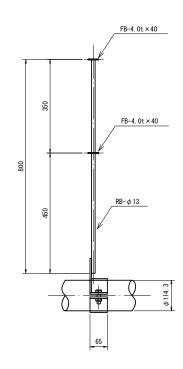


底板下板

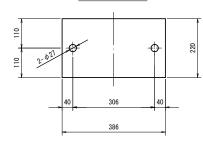


| 水での西面165元ケーバと水 10 ケ の。 | | | | | | |
|-------------------------------|-------------------------------|-------|-------|--|--|--|
| 工事名 | 平成29年度下建公補第21号 曽根北汚水幹線築造工事 | | | | | |
| 施工箇所名 | 津市安濃町内多及び安濃町太田地内 | | | | | |
| 図面名 | パイプビーム形式水管橋上部工部品詳細図(参考) | | | | | |
| 縮尺 | 1:10 | 図面番号 | 12/22 | | | |
| 事業所名 | 津市下水道局 | 下水道建設 | 課 | | | |


パイプビーム形式水管橋 橋台構造図

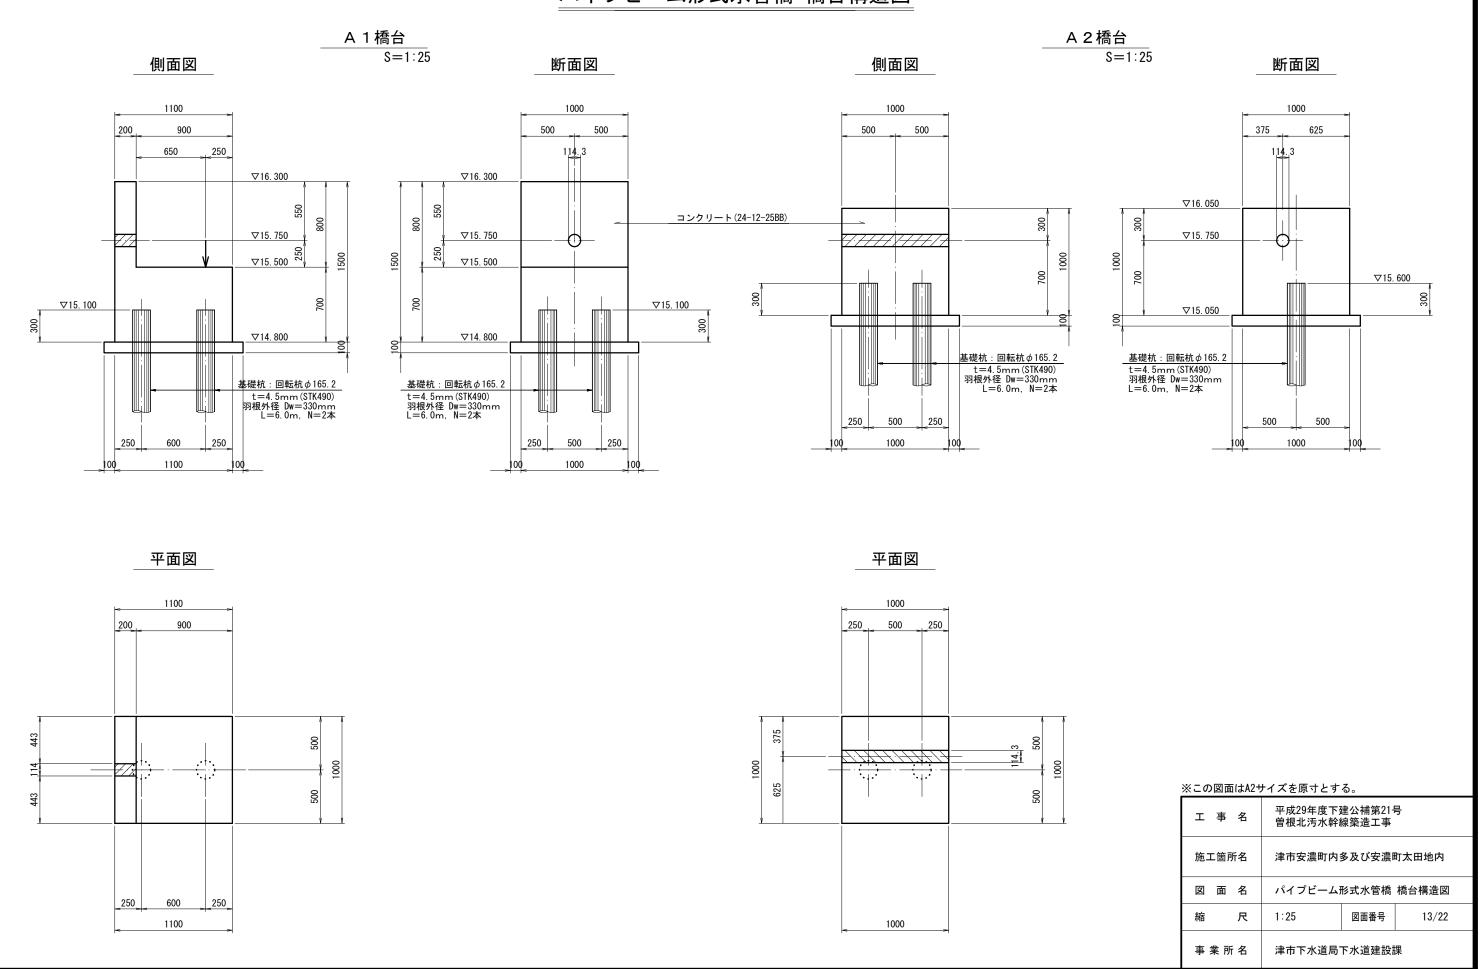

パイプビーム形式水管橋 橋台配筋図(1)

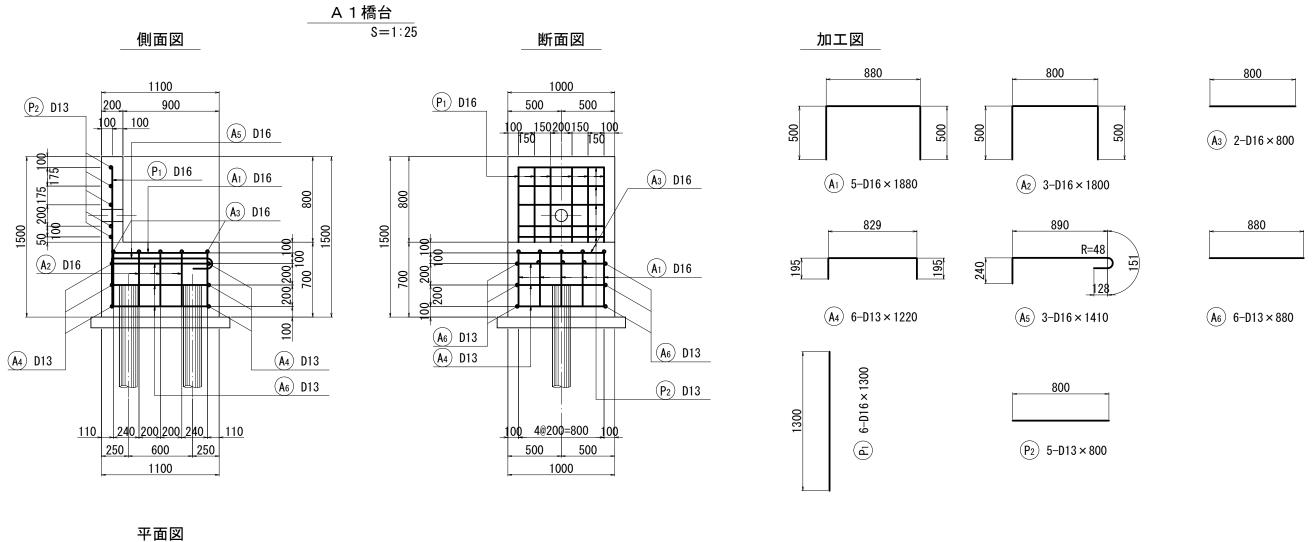



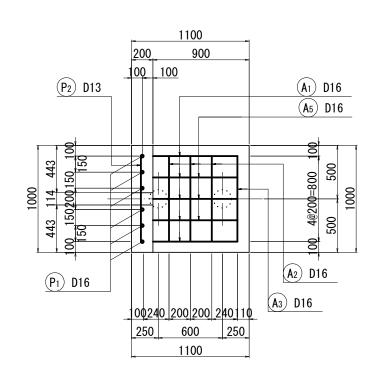


鉄 筋 表

| 種別 | 材質 | 径 | 長さ | 本 数 | 単位質量 | 一本当り質量 | 質 量 | 摘要 |
|------------|-------|-----|-------------|-----|-----------------|------------------|-------------------|-------------|
| A 1 | SD345 | D16 | 1880 | 5 | 1. 56 | 2. 933 | 14. 665 | |
| 2 | // | 11 | 1800 | 3 | // | 2. 808 | 8. 424 | |
| 3 | // | 11 | 800 | 2 | // | 1. 248 | 2. 496 | |
| 4 | // | D13 | 1220 | 6 | 0. 995 | 1. 214 | 7. 284 | |
| 5 | // | D16 | 1410 | 3 | 1. 56 | 2. 200 | 6. 600 | |
| 6 | // | D13 | 880 | 6 | 0. 995 | 0. 876 | 5. 256 | |
| | | | | | | | 44. 725 | kg |
| | | | | | | | 77. 120 | Nβ |
| | | | | | | | 44. 720 | ιν β |
| P 1 | SD345 | D16 | 1300 | 6 | 1. 56 | 2. 028 | 12. 168 | l l |
| P 1 | SD345 | D16 | 1300 800 | 6 5 | 1. 56 0. 995 | 2. 028 0. 796 | | |
| | | | | - | | | 12. 168 | kg |
| | | | | - | | | 12. 168 3. 980 | <u> </u> |
| | | | | - | | | 12. 168 3. 980 | <u> </u> |
| | | D13 | 800 | 5 | | | 12. 168 3. 980 | <u> </u> |


※この図面はA2サイズを原寸とする

| 次この図面はAZサイスを除りこする。 | | | | | | |
|--------------------|-------------------------------|------|-------|--|--|--|
| 工事名 | 平成29年度下建公補第21号 曽根北汚水幹線築造工事 | | | | | |
| 施工箇所名 | 津市安濃町内多及び安濃町太田地内 | | | | | |
| 図面名 | パイプビーム形式水管橋 橋台配筋図(1) | | | | | |
| 縮尺 | 1:25 | 図面番号 | 14/22 | | | |
| 事業所名 | 津市下水道局下 | 水道建設 | 果 | | | |

パイプビーム形式水管橋 橋台配筋図(2)

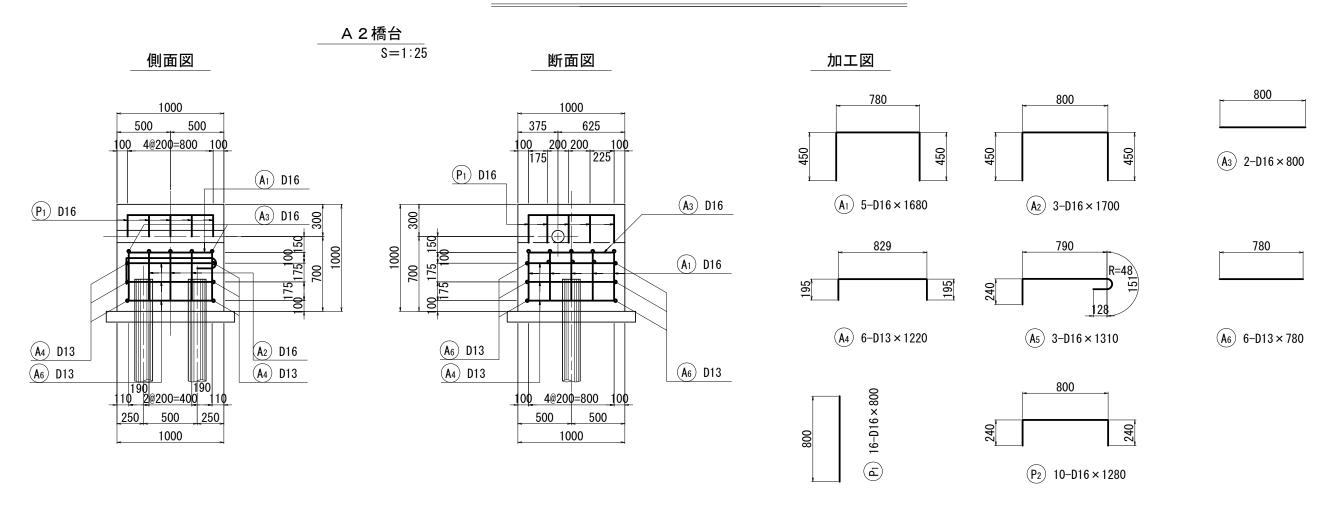



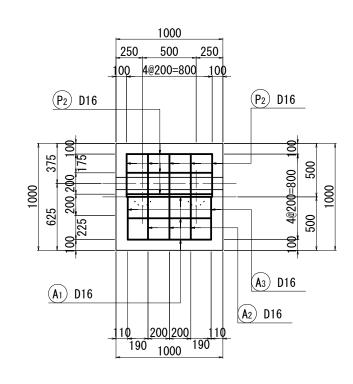

鉄 筋 表

| 種別 | 材質 | 径 | 長さ | 本 数 | 単位質量 | 一本当り質量 | 質 量 | 摘要 |
|----------------|-------|-----|---------|-----|--------|--------|---------|----|
| A 1 | SD345 | D16 | 1680 | 5 | 1.56 | 2. 621 | 13. 105 | |
| 2 | // | 11 | 1700 | 3 | // | 2. 652 | 7. 956 | |
| 3 | // | 11 | 800 | 2 | // | 1. 248 | 2. 496 | — |
| 4 | // | D13 | 1220 | 6 | 0. 995 | 1. 214 | 7. 284 | |
| 5 | // | D16 | 1310 | 3 | 1. 56 | 2. 044 | 6. 132 | |
| 6 | // | D13 | 780 | 6 | 0. 995 | 0. 776 | 4. 656 | |
| | | | | | | | 41. 629 | kg |
| P ₁ | SD345 | D16 | 800 | 16 | 1. 56 | 1. 248 | 19. 968 | |
| 2 | // | 11 | 1280 | 10 | // | 1. 997 | 19. 970 | |
| | | | | | | | 39. 938 | kg |
| | | D16 | 69. 627 | kg | | | | |
| | | D13 | 11. 940 | kg | | | | |
| | | 合 計 | 81. 567 | kg | | | | |

※この図面はA2サイズを原寸とする。

| 次との西面はAZ テイスを添ってする。 | | | | | | |
|---------------------|-------------------------------|-------|----------|--|--|--|
| 工事名 | 平成29年度下建公補第21号 曽根北汚水幹線築造工事 | | | | | |
| 施工箇所名 | 津市安濃町内多及び安濃町太田地内 | | | | | |
| 図面名 | パイプビーム形式水管橋 橋台配筋図(2) | | | | | |
| 縮尺 | 1:25 | 図面番号 | 15/22 | | | |
| 事業所名 | 津市下水道局 | 下水道建設 | 課 | | | |

基礎杭詳細図

杭頭,杭体詳細図 S=1:20 ずれ止め A1橋台 H=0.70m A2橋台 H≒0.34m 1 <u>中詰コンクリート</u> (24-8-25BB) 回転杭*ϕ* 165. 2 t=4.5mm(STK490) 羽根外径 Dw=330mm 2 2 羽根外径 DW=330 1 - 1 $D = \phi 165.2$ 中詰コンクリート 4. 5 φ 156. 2 4. 5 (24-8-25BB) 2 - 2 羽根外径 DW=330 ※羽根面積 Aw (ハッチ部)

Aw=0.085m2

ずれ止め詳細図


165. 2

ずれ止め(内側)

ずれ止め(外側)

S=1: 5

ずれ止め配置図 S=1: 5

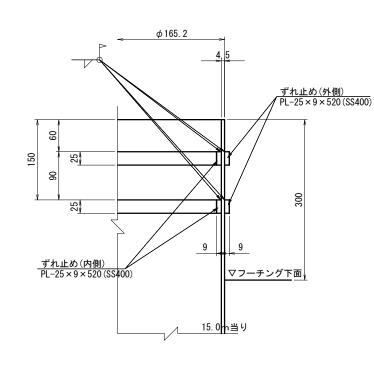


基礎杭 材料表

10本当り

| 種別 | 規格,寸法 | 単位 | 数量 | 摘要 |
|----------|--------------------------------|----|-------|--------------|
| 回転杭 | φ 165. 2, t=4. 5mm (STK490) | 本 | 10.0 | 羽根径 Dw=330mm |
| ずれ止め | PL-25 × 9 × 541 (SS400) | 箇所 | 20. 0 | 外側 w=19.11kg |
| | PL-25 × 9 × 456 (SS400) | 箇所 | 20. 0 | 内側 w=16.11kg |
| | 溶接長(全周) | m | 19. 9 | |
| 中詰コンクリート | 24-8-25BB | m3 | 0. 1 | |

杭打設位置側面図

S=1:100

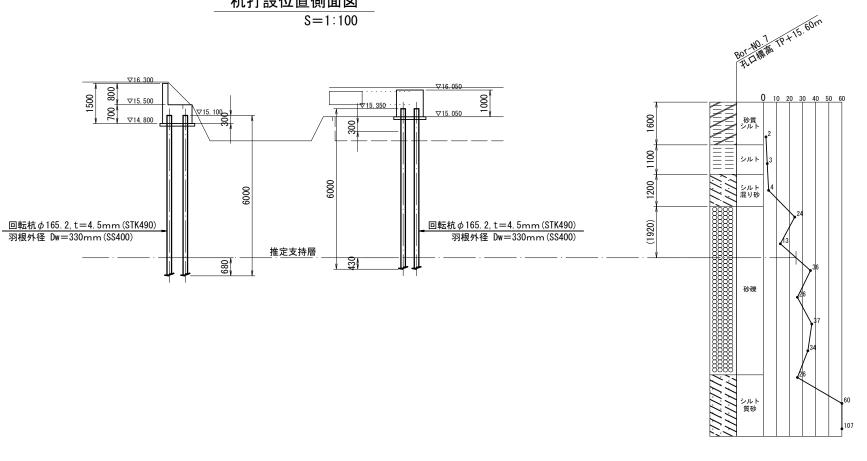


※この図面はA2サイズを頂せとする


| ※この図画IJAZ | リイスを原うこり | ত | |
|------------------------|-------------------------------|----------|---|
| 工事名 | 平成29年度下建公補第21号 曽根北汚水幹線築造工事 | | |
| 施工箇所名 津市安濃町内多及び安濃町太田地内 | | 町太田地内 | |
| 図面名 | 基 礎 杭 詳 細 図 | | |
| 縮尺 | 図示 図面番号 16/22 | | |
| 事業所名 | 津市下水道局 | 下水道建設 | 果 |

水管橋 橋台土工算定図(参考)



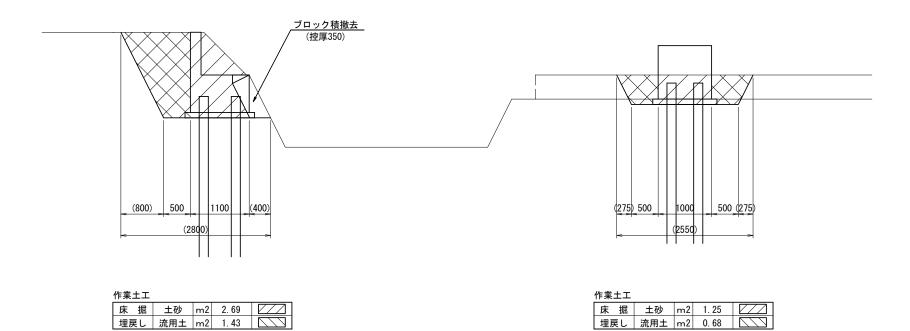


平面図 S=1:50

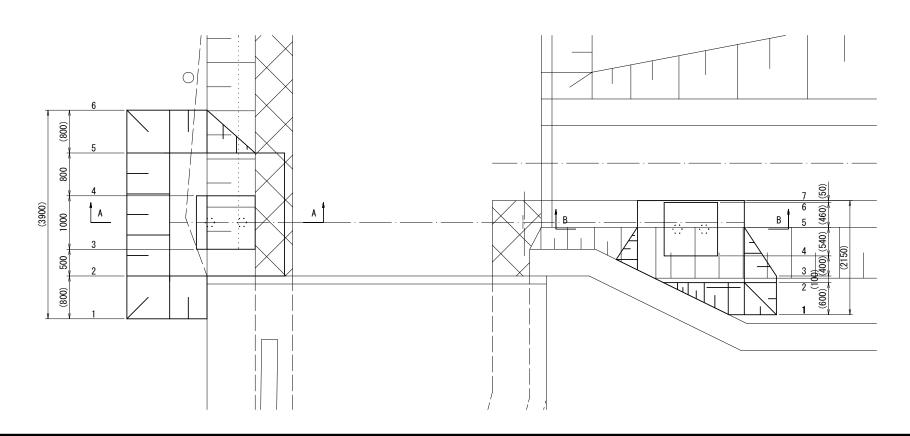

| ※Cの四面はAZリイスを原うこする。 | | | |
|--------------------|-----------------------|-------|-------|
| 工事名 | 平成29年度下3 曽根北汚水幹約 | | 号 |
| 施工箇所名 | 津市安濃町内多及び安濃町太田地内 | | |
| 図面名 | 図 面 名 水管橋 橋台土工算定図(参考) | | 参考) |
| 縮尺 | 1:50 | 図面番号 | 17/22 |
| 事業所名 | 津市下水道局 | 下水道建設 | 課 |


各種復旧計画 構造図

張コンクリート (1) S=1:30

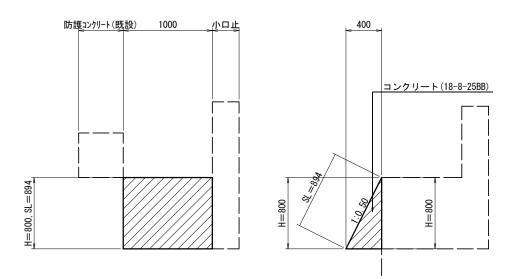



| 張コンクリ | ート (1) | 材 | 料表 | 1箇所当り |
|--------|---------------|----|-------|--------|
| 名 称 | 規格 | 単位 | 数量 | 摘要 |
| コンクリート | 18-8-25BB | m3 | 0. 20 | |
| 型枠 | | m2 | 0. 90 | |
| 目 地 材 | 瀝青繊維質板 | m2 | 0. 30 | t=20mm |

配置平面図 S=1:100

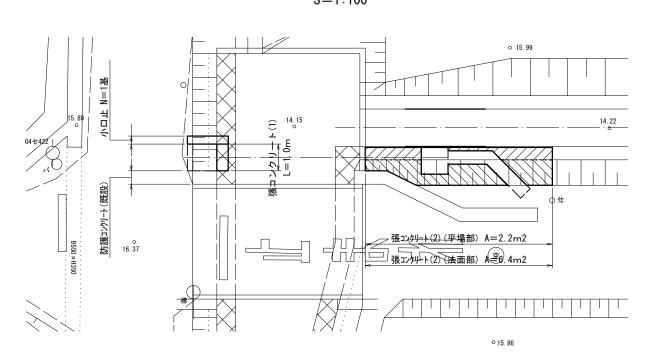

<u>小 口 止</u> S=1:30

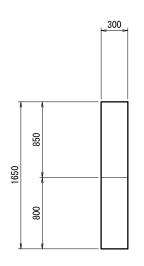


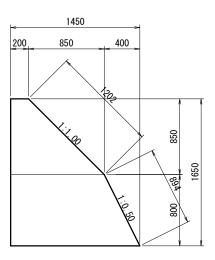

小口止 材料表

| <u>小口止 彻本</u> | 1基当り | | | |
|---------------|-----------|----|-------|----|
| 名 称 | 規格 | 単位 | 数量 | 摘要 |
| コンクリート | 18-8-40BB | m3 | 0. 50 | |
| 型枠 | | m2 | 3. 70 | |

張コンクリート (2) S=1:20

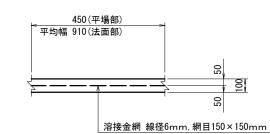


張コンクリート(2) 材料表


| エコンノリ | 1' (2) | 17 ተተ | 12 | 固所当り |
|--------|----------------------|--------|-------|--------|
| 名 称 | 規格 | 単位 | 数量 | 摘要 |
| コンクリート | 18-8-25BB | m3 | 0. 90 | |
| 型枠 | | m2 | 1. 60 | |
| 目 地 材 | 瀝青繊維質板 | m2 | 1. 60 | t=20mm |
| 溶接金網 | 線径6mm 網目150×150mm | m2 | 8. 60 | |
| 基面整正 | | m2 | 8. 60 | |

※この図面はA2サイズを原寸とする。

| にこの四面(6/12) 「バミホ J こ) も。 | | | |
|---------------------------|-------------------------------|-------|-------|
| 工事名 | 平成29年度下建公補第21号 曽根北汚水幹線築造工事 | | |
| 施工箇所名 津市安濃町内多及び安濃町太田地内 | | 町太田地内 | |
| 図 面 名 | 各種復旧計画 構造図 | | |
| 縮尺 | 図示 | 図面番号 | 18/22 |
| 事業所名 | 津市下水道局 | 下水道建設 | 果 |

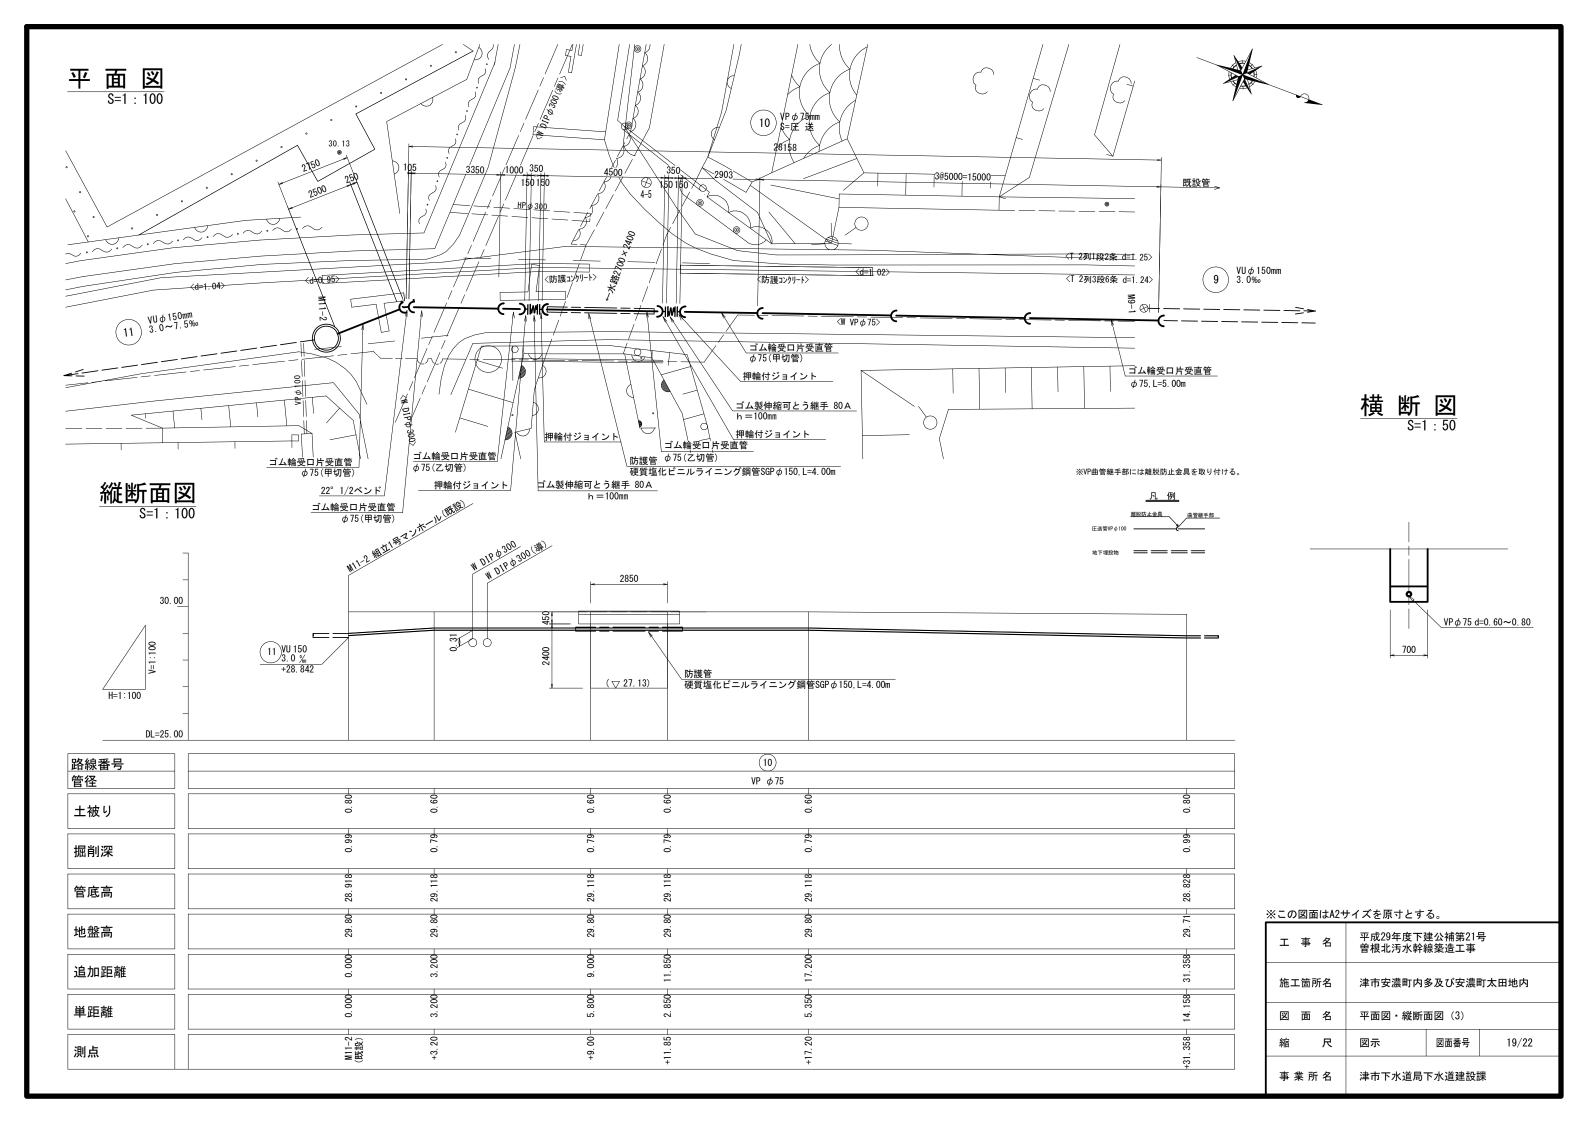

本管布設詳細図 s=1/30

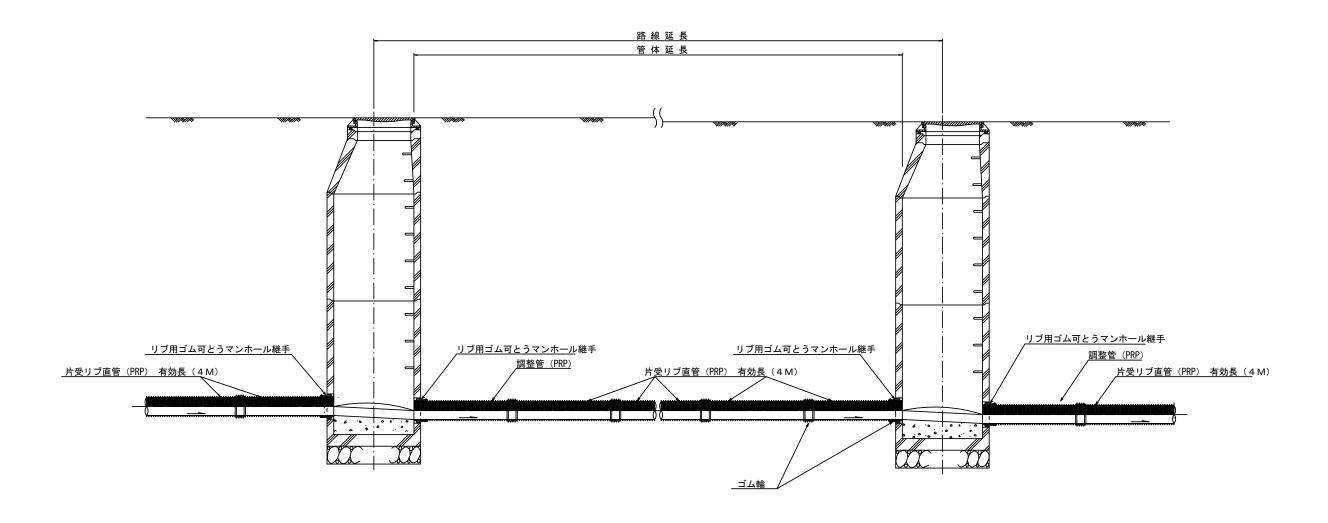

注) 調整管が1.0m未満の場合は、1.0mで切断をし片受直管で長さを調整する。

| ≭ ⊏ σ. | 図面 | iはA2+ | ナイズを原寸とす | る。 | 参 | 考 |
|----------------|-----|-------|---------------------|-------|-------|---|
| Н | 事 | 名 | 平成29年度下3 曽根北汚水幹線 | | 号 | |
| 施二 | □箇月 | 斤名 | 津市安濃町内 | 多及び安濃 | 町太田地内 | |
| 図 | 面 | 名 | 本管布設 | 詳細図 | | |
| 縮 | | 尺 | 1 : 30 | 図面番号 | 20/22 | |
| 事: | 業 所 | 名 | 津市下水道局 | 下水道建設 | 課 | |

土 工 定 規 図 s=1/20

(リブ本管) 参 考

_掘 削 埋戻し _ 土留工有 舗装撤去幅1000 土留工無舗装撤去幅800 舗装復旧 舗装取壊し 路盤復旧 埋 戻 埋設表示シート W=150 2倍 PRP φ 200 土留工有 掘削幅 900 土留工無 掘削幅 800


圧送管土工定規図


参考

S = 1 / 20

舗装復旧工 s=1/20


___市道部__

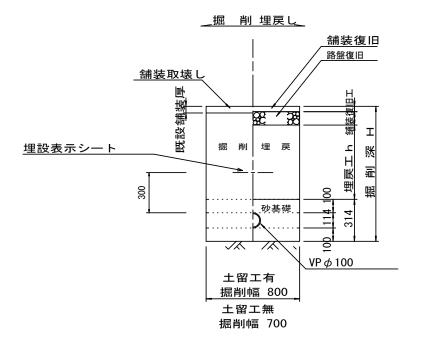

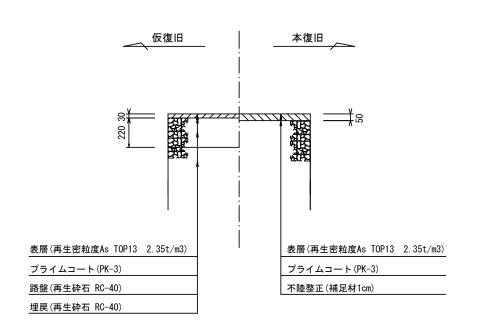

電線管土工定規図 s=1/20

参考

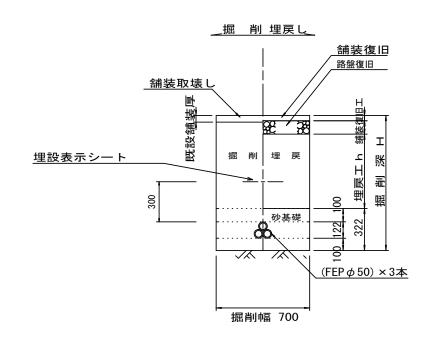


| ペーの図面IGAZ ? | イイへを除りこり | る 。 | 参 考 |
|-------------|------------------|------------|----------------|
| 工事名 | 平成29年度下 | | 号 |
| 施工箇所名 | 津市安濃町内 | 多及び安濃 | 町太田地内 |
| 図 面 名 | 土工定規図(電線管土工定 | | 送管土工定規図 [旧工 |
| 縮尺 | 図 示 | 図面番号 | 21/22 |
| 事業所名 | 津市下水道局 | 下水道建設 | 課 |

土留工標準図 (参考)

(軽量金属支保材使用の場合)

断面図 S=1/20

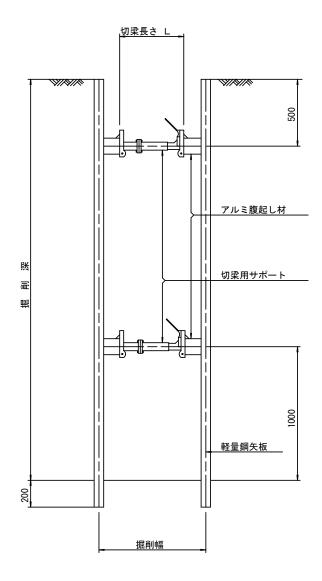

軽量鋼矢板 標準図



支保工段数表

| 掘削深 (m) | 矢板長 (m) | 支保工段数 (段) |
|--|------------|-----------|
| 1.5< H≦1.8 | 2. 0 | 1 |
| 1.8 <h≦2.0< td=""><td>2. 5</td><td>1</td></h≦2.0<> | 2. 5 | 1 |
| 2.0< H ≦2.3 | 2. 5 | 2 |
| 2.3 <h≦2.8< td=""><td>3. 0</td><td>2</td></h≦2.8<> | 3. 0 | 2 |
| 2.8 <h≦3.3< td=""><td>3. 5</td><td>2</td></h≦3.3<> | 3. 5 | 2 |
| 3.3< H ≦3.5 | 4. 0 | 2 |
| 3.5< H ≦3.8 | 4. 0 | 3 |

※ マンホール部掘削時においては、掘削深に応じた軽量鋼矢板を使用すること。

<u>平面図</u> S=1/20

| 4000 | la | 4000 | | 4000 |) | _ |
|----------|---------------|--------------------|-----|------|------|-----|
| 750 | 750 | アルミ腹起し材 | 750 | 750 | | 理前理 |
| 2500 150 | | 軽量鋼矢板 切梁用サポート 2500 | 150 | | 2500 | |

| (CO)因面IBAZ ? | イイスを味りこする。 | | 奓 考 |
|--------------|-----------------------|---------|------|
| 工 事 名 | 平成29年度下建公 曾根北汚水幹線築 | | |
| 施工箇所名 | 津市安濃町内多及 | び安濃町太田地 | 內 |
| 図 面 名 | 土留工標準図 (軽量金属支保材 | 使用の場合) | |
| 縮尺 | 図 示 図 | 面番号 22 | 2/22 |
| 事業所名 | 津市下水道局下水 | 道建設課 | |