
平 面 図 S=1:250 【普通河川君ヶ野川】

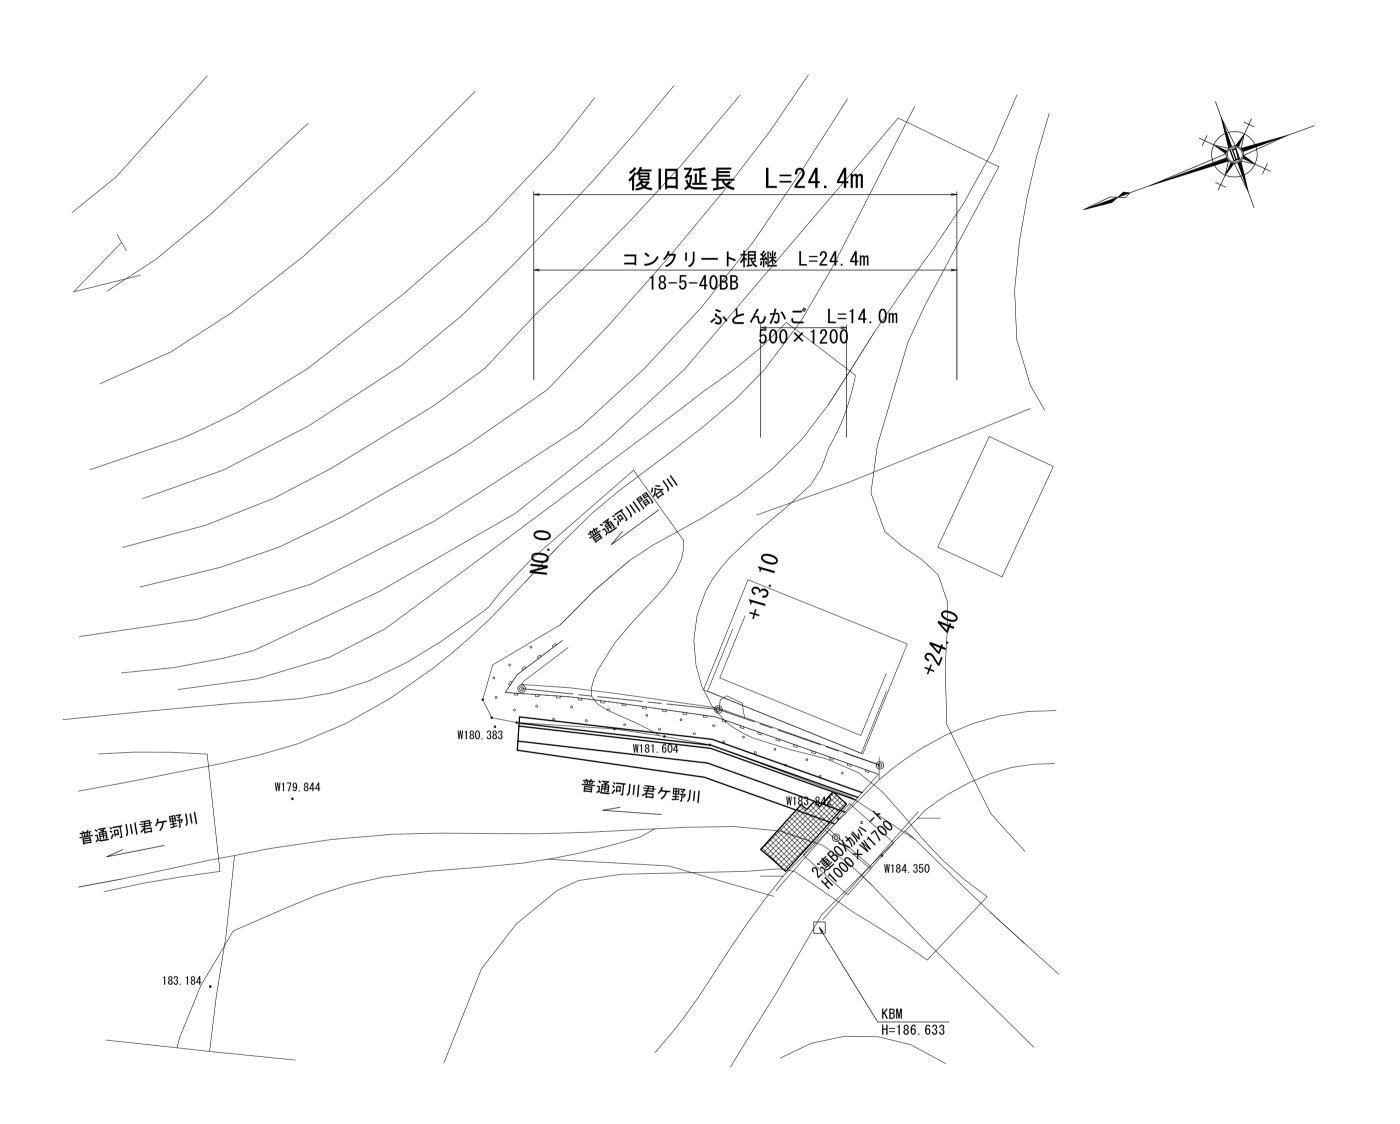


	国災第486号 河川災				
	エ 事	≨ 名	平成29年原 普通河川君 準用河川寺原	ヶ野川及で	, i
	施工筐	所名	津市美	杉町八手	吴地内
	図面の種類			平面図	
	縮	尺	図示	図面番号	1/8
※この図面はA1サイズを原寸とする。	事業	所名	津市建設	と 部津南工	事事務所

標準横断面図

S=1:50

【普通河川君ヶ野川】

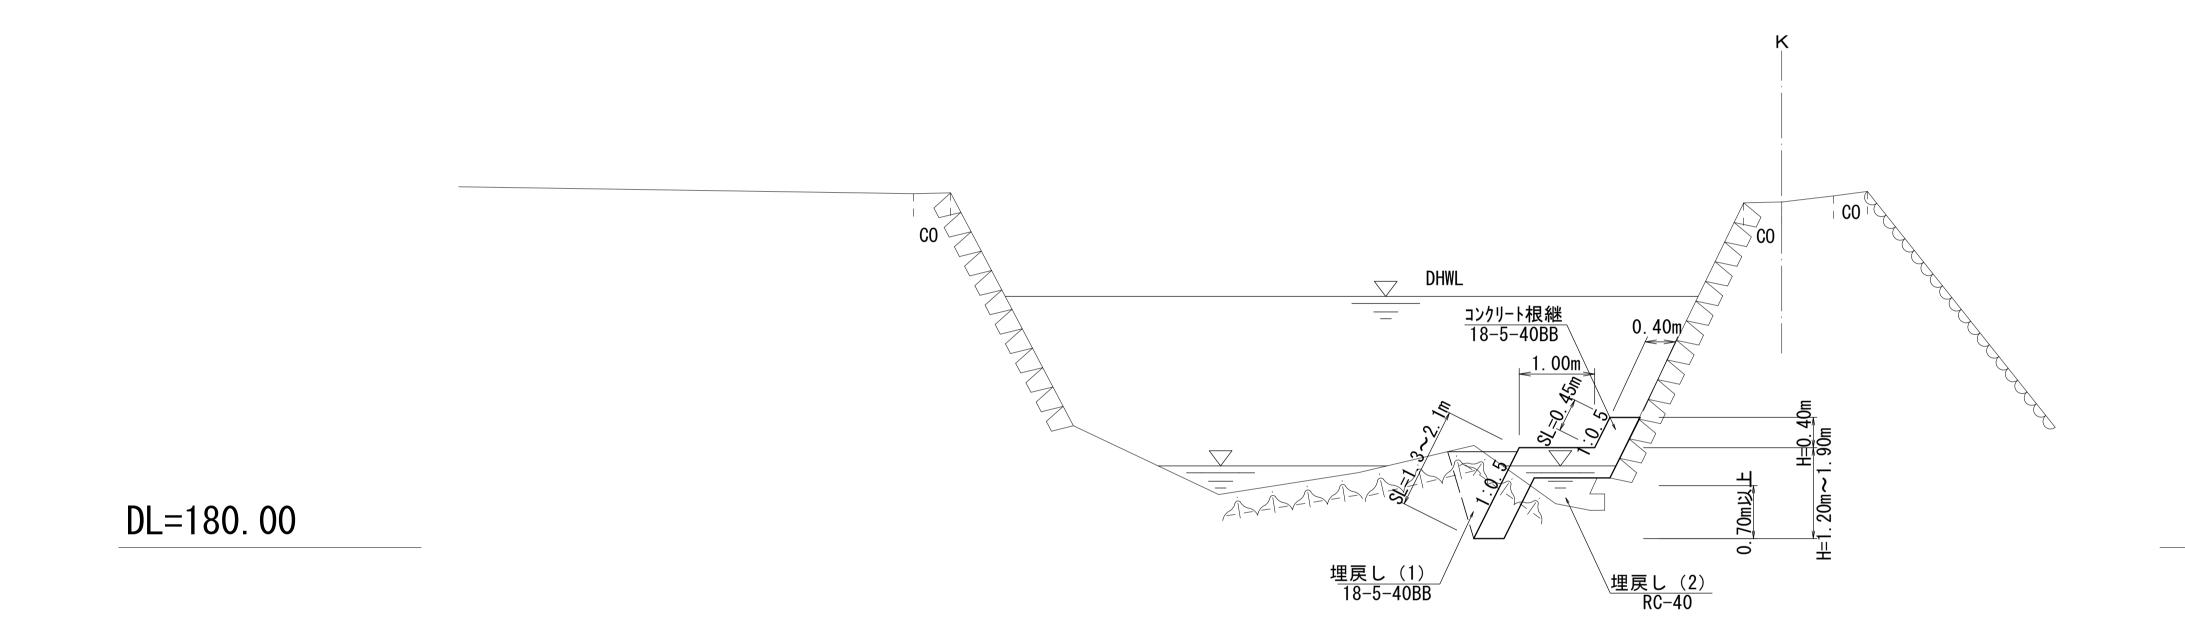


国災第486号 河川災工事名平成29年度南河災補第2号普通河川君ヶ野川及び準用河川寺広川災害復旧工事施工箇所名津市美杉町八手俣地内図面の種類標準横断面図縮尺S=1:50図面番号2/8

津市建設部津南工事事務所

事業所名

横断面図 S=1:100

【普通河川君ヶ野川】

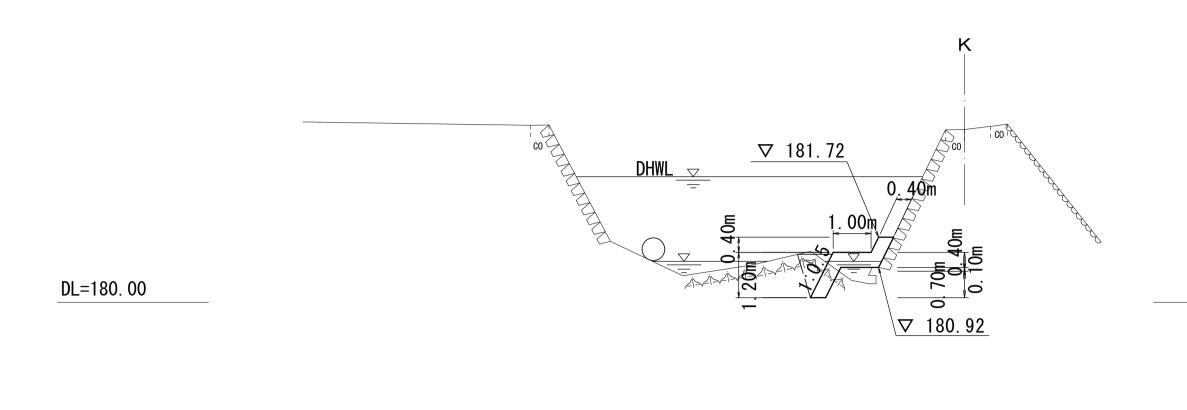

No. 0			
種別	細別	数量	単位
床掘り	軟岩 I	0. 82	m2
埋戻し(1)	Co	0. 53	m2
埋戻し(2)	RC-40	0. 30	m2
Co充填(1)	Co	_	m2

床掘り(軟岩 I) (0.82+0.51)×1/2×13.10+ (0.51+0.48)×1/2×11.30 = 14.3m3


残土等処分(1) 上記より = 14.3m3

埋戻し(1) (Co) (0.53+0.24) ×1/2×13.10+ $(0.24+0.20) \times 1/2 \times 11.30 = 7.5m3$

埋戻し(2) (RC-40) (0.30+0.92) × 1/2 × 13.10+ (0.92+0.59) × 1/2 × 11.30 = 16.5m3

コンクリート充填(1) (18-8-40BB) $6.5 \times 2.00 = 13.0 \text{m}$

+13. 10 GH=185. 69

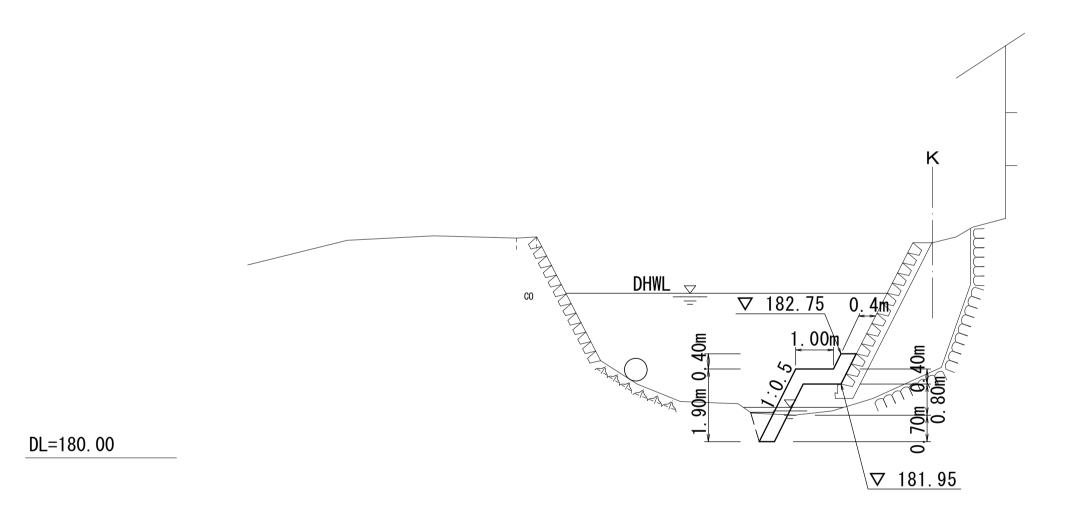


DL=180.00

+13. 10			
種別	細別	数量	単位
床掘り	軟岩 I	0. 51	m2
埋戻し(1)	Co	0. 24	m2
埋戻し(2)	RC-40	0. 92	m2
Co充填(1)	Co	6. 5	m2

+13. 10~+15. 10迄(L=2. 00m)

+24. 40	
GH=186. 52	
FH=	

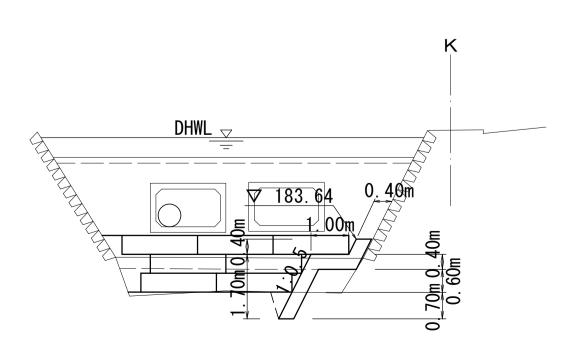

+24.40
種別 細別 床掘り 軟岩 I 埋戻し(1) Co 埋戻し(2) RC-40 Co充填(1) Co 0. 48 m2 0. 20 m2 0. 59 m2 — m2

国災領	第486	6号 河川災		
工	事 名	平成29年 普通河川君 準用河川寺	度南河災ネ ケ野川及マ 広川災害イ	補第2号 ゾ 复旧工事
施工箇所名 津市美杉町八手俣地内			俣地内	
図面の種類 横断面図				
縮	尺	S=1:100	図面番号	3/8
事業所名 津市建設部津南工事事務所			事事務所	

※この図面はA1サイズを原寸とする。

法 义

【普通河川君ヶ野川】


 $0.8 \times 6.00 = 4.8 \text{m}$

 $0.3 \times 6.00 = 1.8 \text{m}$

L=6. 00+ $(4.00 \times 2) = 14.0 \text{m}$


コンクリート根継展開図

S=1:50

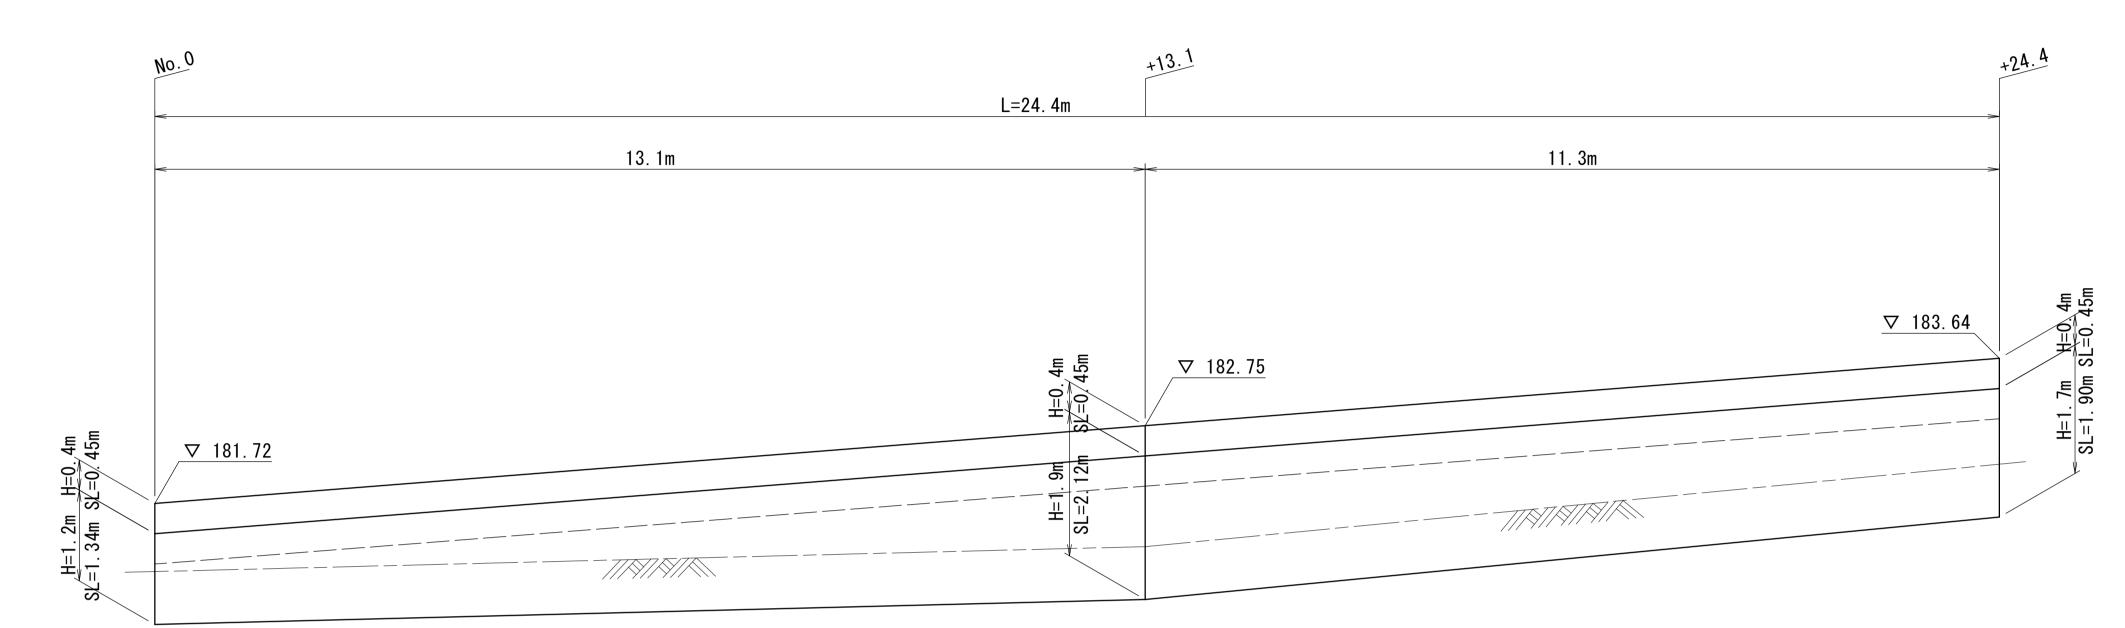

コンクリート根継断面図

S=1:50

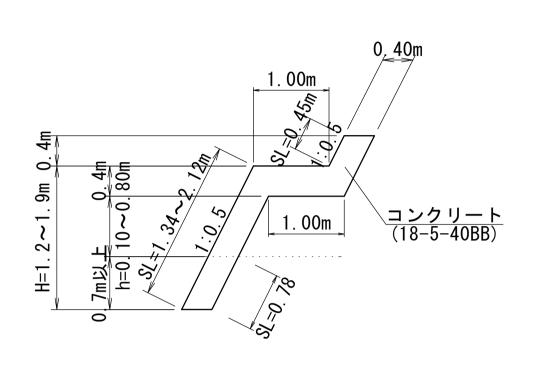

コンクリート根継 1式当り (L=24.4m)

コンクリート (18-5-40BB)

 $\{(0.40+1.00) \times 24.4 + (1.20+1.90) \times 1/2 \times 13.1 +$ $(1.90+1.70) \times 1/2 \times 11.3 \times 0.40 = 29.9m3$

型枠


 $0.78 \times 24.4 = 19.0m2$

化粧型枠

 $0.45 \times 24.4 + (1.34 + 2.12) \times 1/2 \times 13.1 +$

 $(2.12+1.90) \times 1/2 \times 11.3-19.0 = 37.4m2$

S=1:100

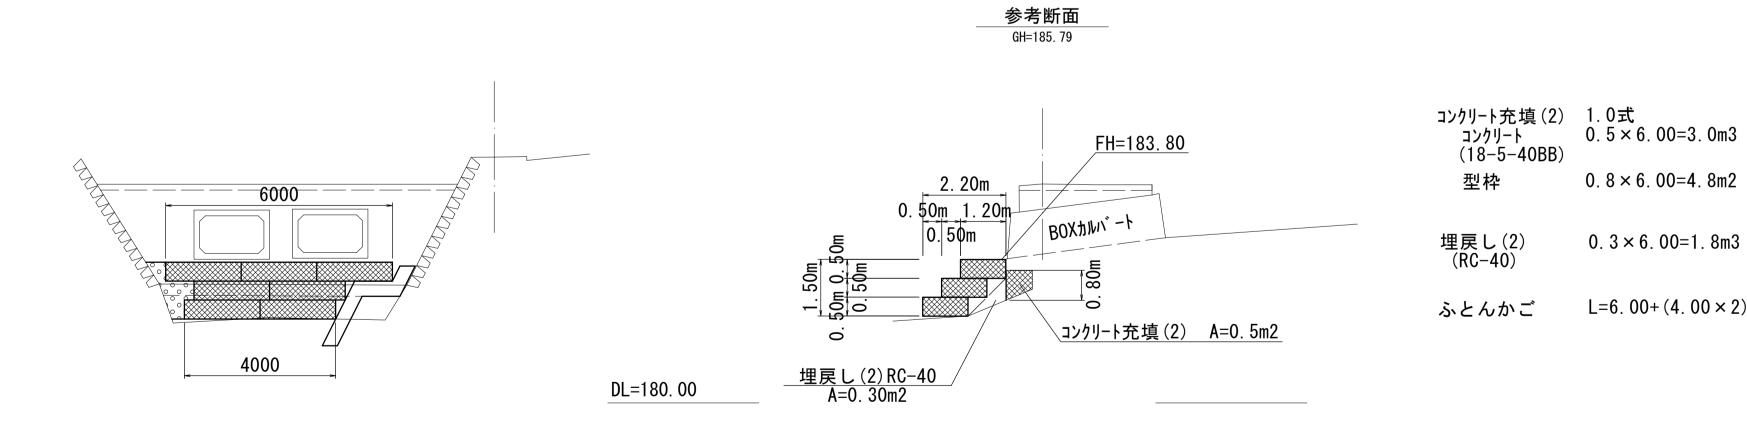

ふとんかご S=1:50

1.20m 1.20m

国災第486号 河川災					
工事	名		∓度南河災補貸 曽ヶ野川及び 寺広川災害復Ⅰ		
施工箇所名 津市美杉町八手俣地内					
図面の種類 工法図					
縮	尺	図示	図面番号	4/8	


※この図面はA1サイズを原寸とする。 事業所名 津市建設部津南工事事務所


仮設工詳細図(参考)


S=1:250

【普通河川君ヶ野川】

仮設平面図

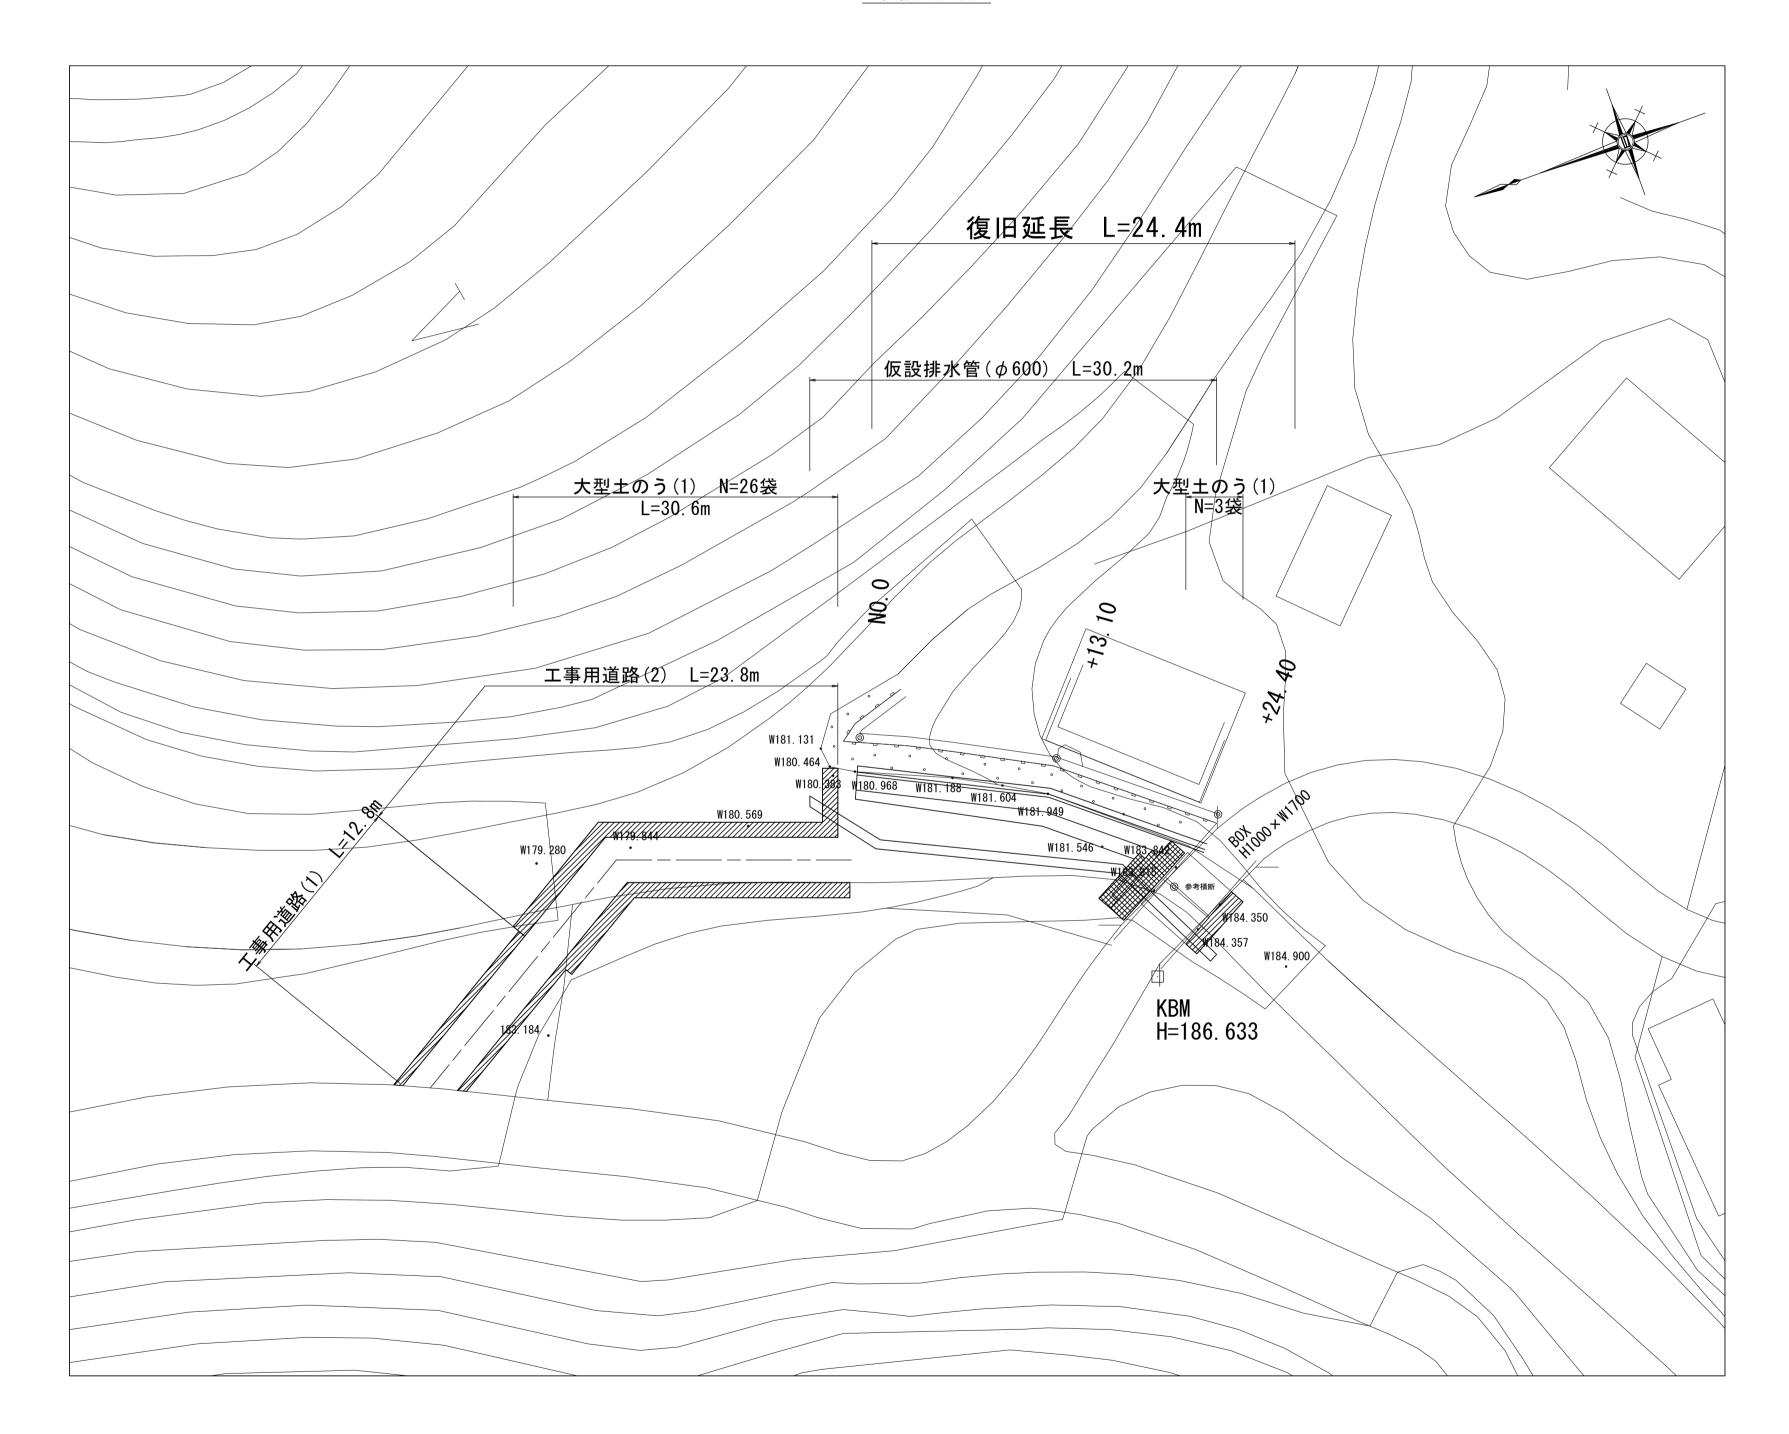


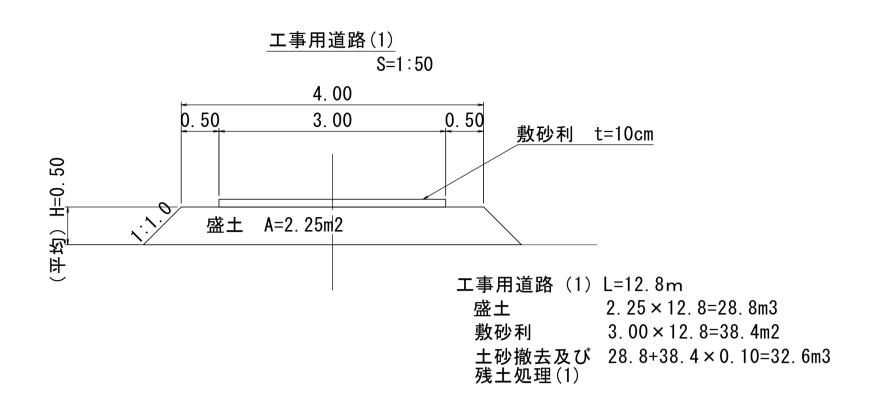

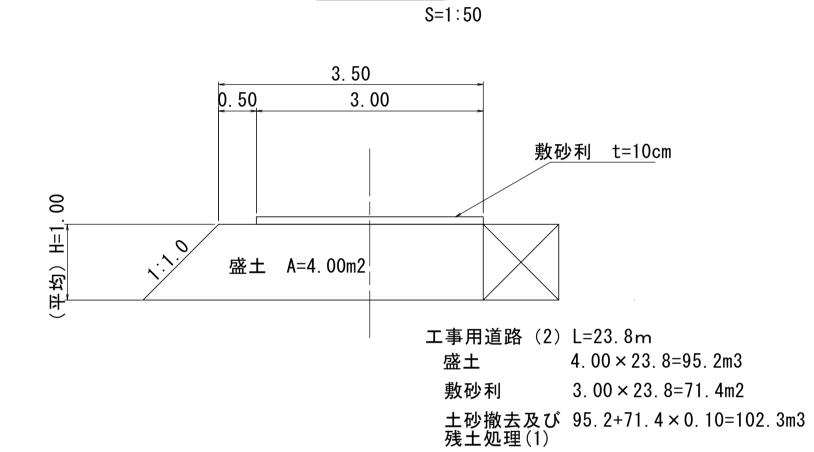

工事用道路(2)


大型土のう(1) 30.6×1.0/(1.10×1.08) =25.8≒26袋

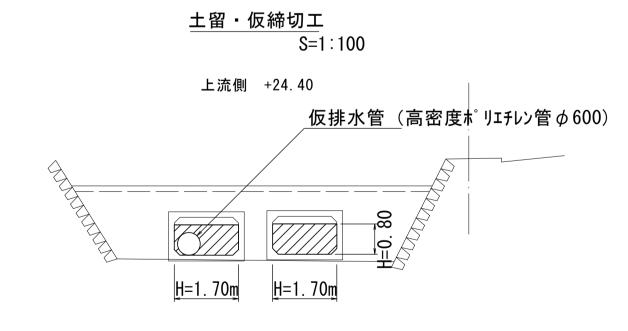


大型土のう(1) 0.80×1.70×2/(1.10×1.08)=2.29≒3袋

	国災	第 4	186	3号 河川災		
	エ	事	名	平成29年》 普通河川君 準用河川寺	度南河災ネ ケ野川及で 太川災害で	補第2号 び 复旧工事
	施工	箇列	斤名	津市美	杉町八手	俣地内
	図面	の種	重類	仮設.	工詳細図((参考)
	縮		尺	図示	図面番号	5/8
※この図面はA1サイズを原寸とする。	事	業所	名	津市建設	と部津南エ	事事務所

平 面 図 S=1:250 【準用河川寺広川】

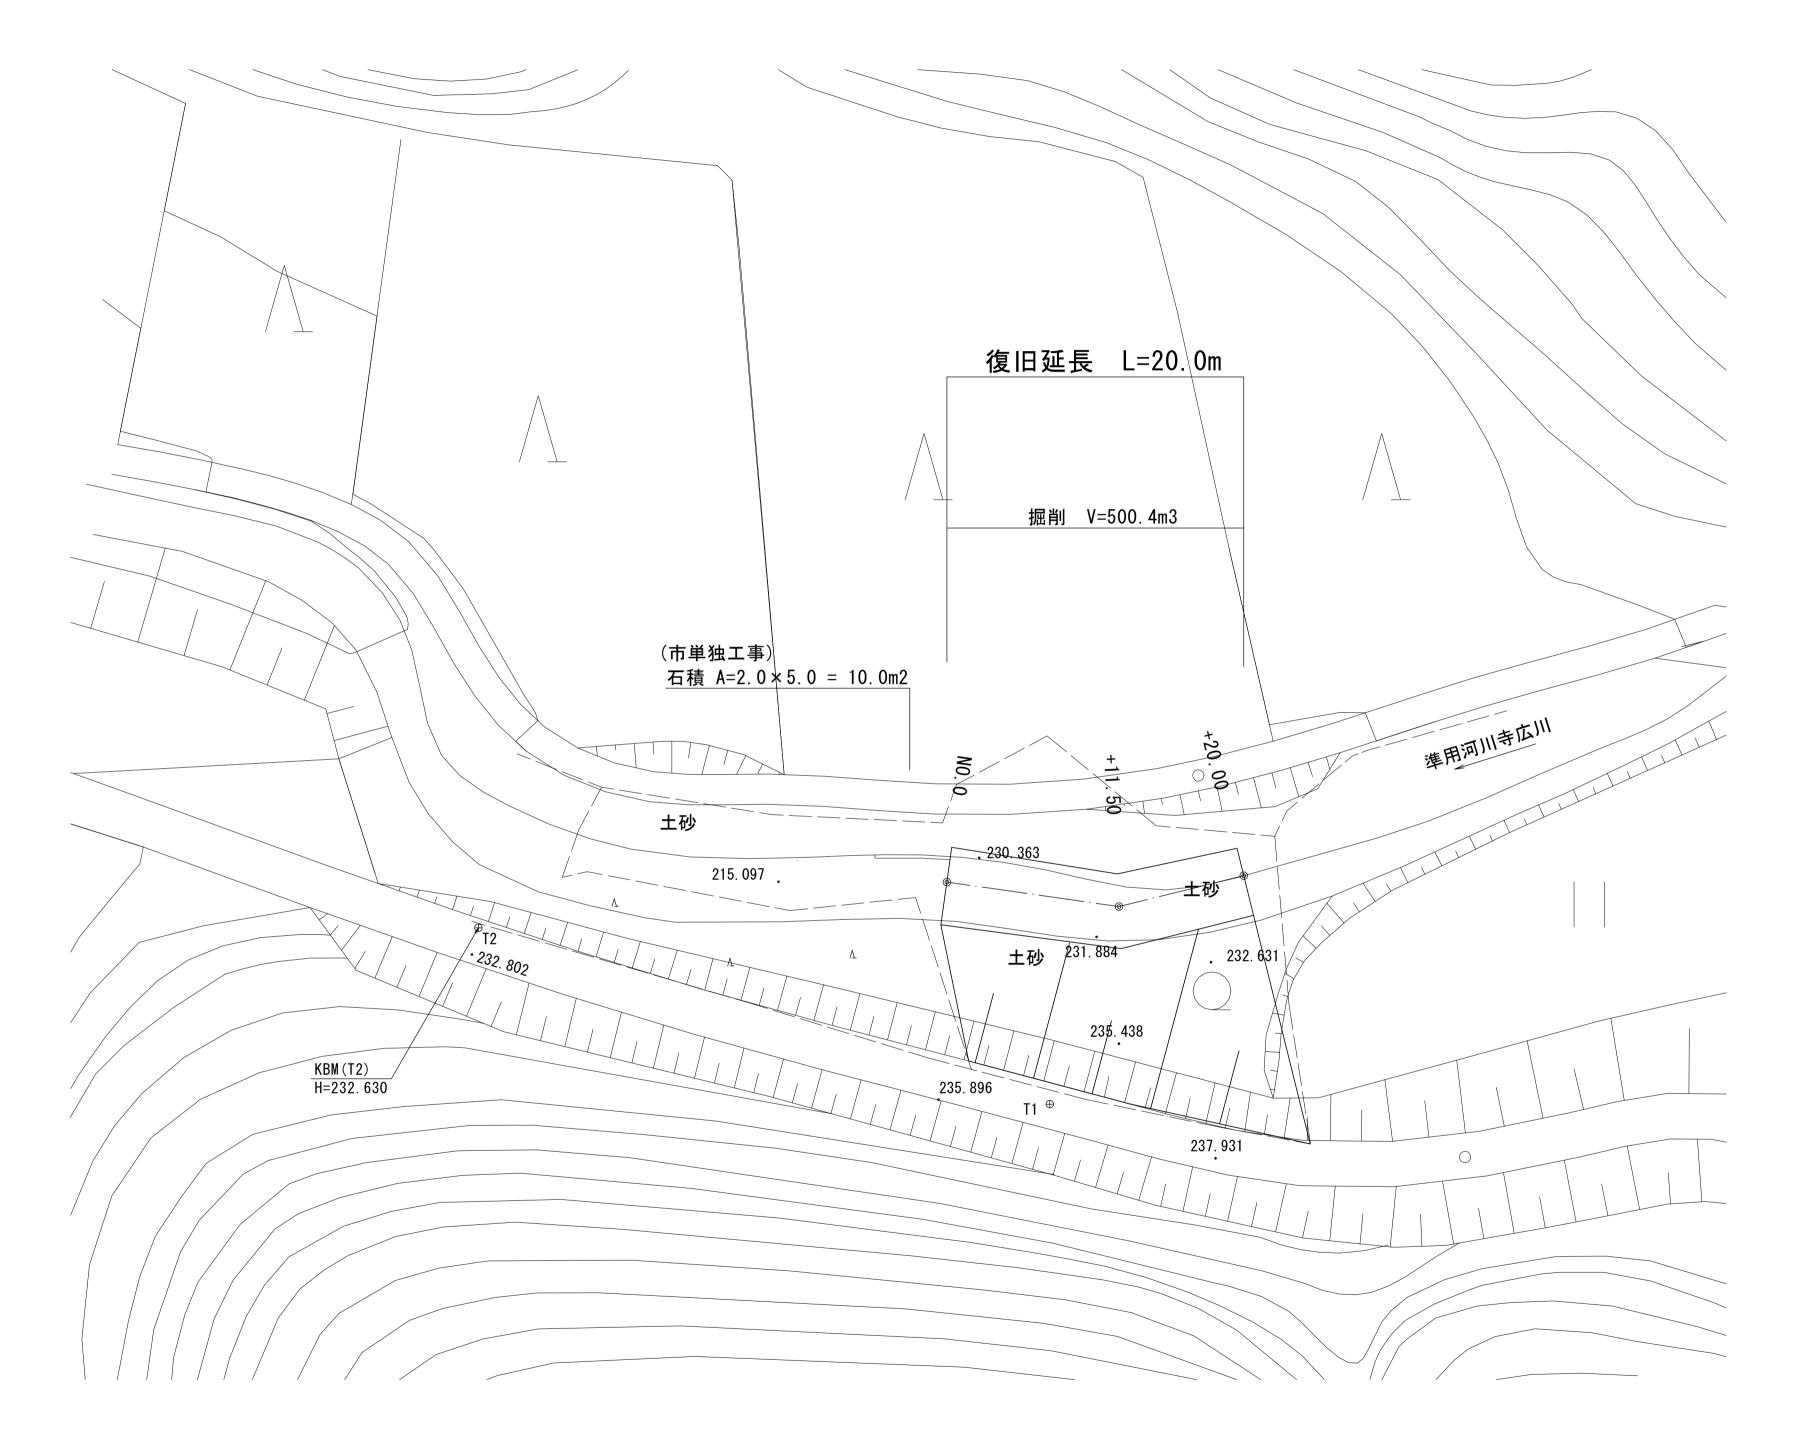

国災第485号 河川災			
工 事 名	平成29年度南河災補第2号 普通河川君ヶ野川及び 準用河川寺広川災害復旧工事		
施工箇所名	工箇所名 津市美杉町八手俣地内		
図面の種類	平 面 図		
縮尺	S=1:250 図面番号 6/8		
事業所名 津市建設部津南工事事務所			

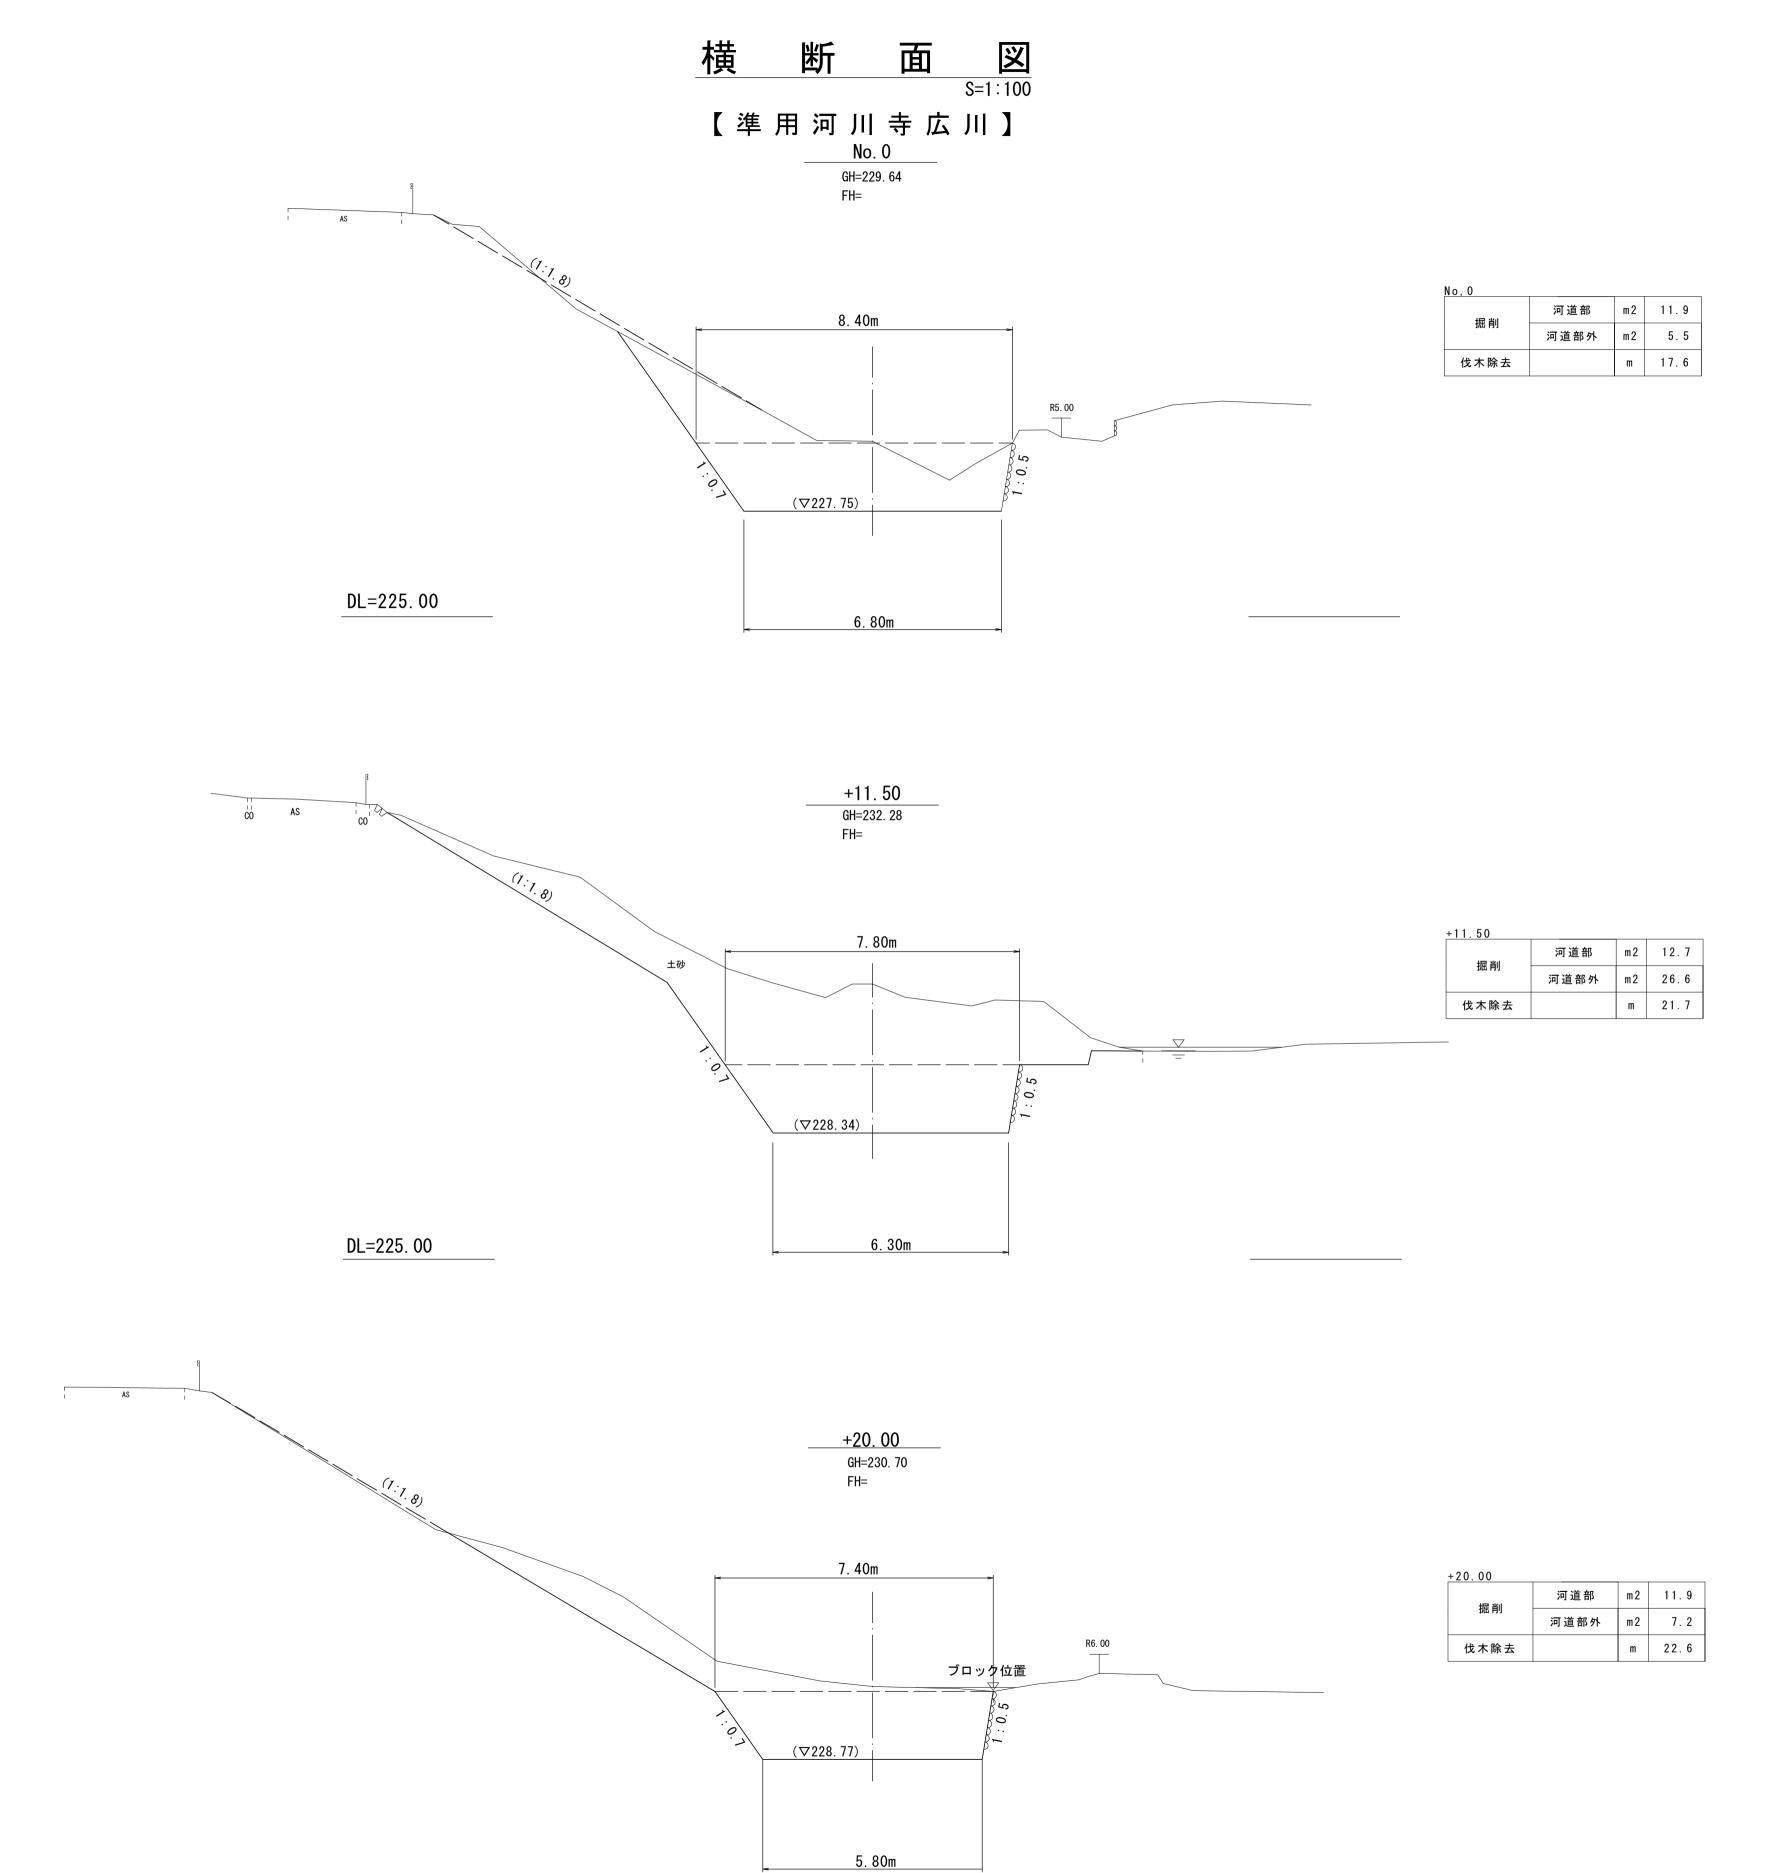

DL=225.00

掘削: ((11.9+12.7)/2*11.50+(12.7+11.9)/2*8.5)*0.7 +(5.5+26.6)/2*11.50+(26.6+7.2)/2*8.5=500.4m3 伐木除去: (17.6+21.7)/2*11.50+(21.7+22.6)/2*8.5=414.3m2


図面の種類 横断面図 縮 尺 S=1:100 図面番号 7/8 事業所名 津市建設部津南工事事務所

仮設工詳細図(参考)

【準用河川寺広川】

DL=230. 00

仮設平面図

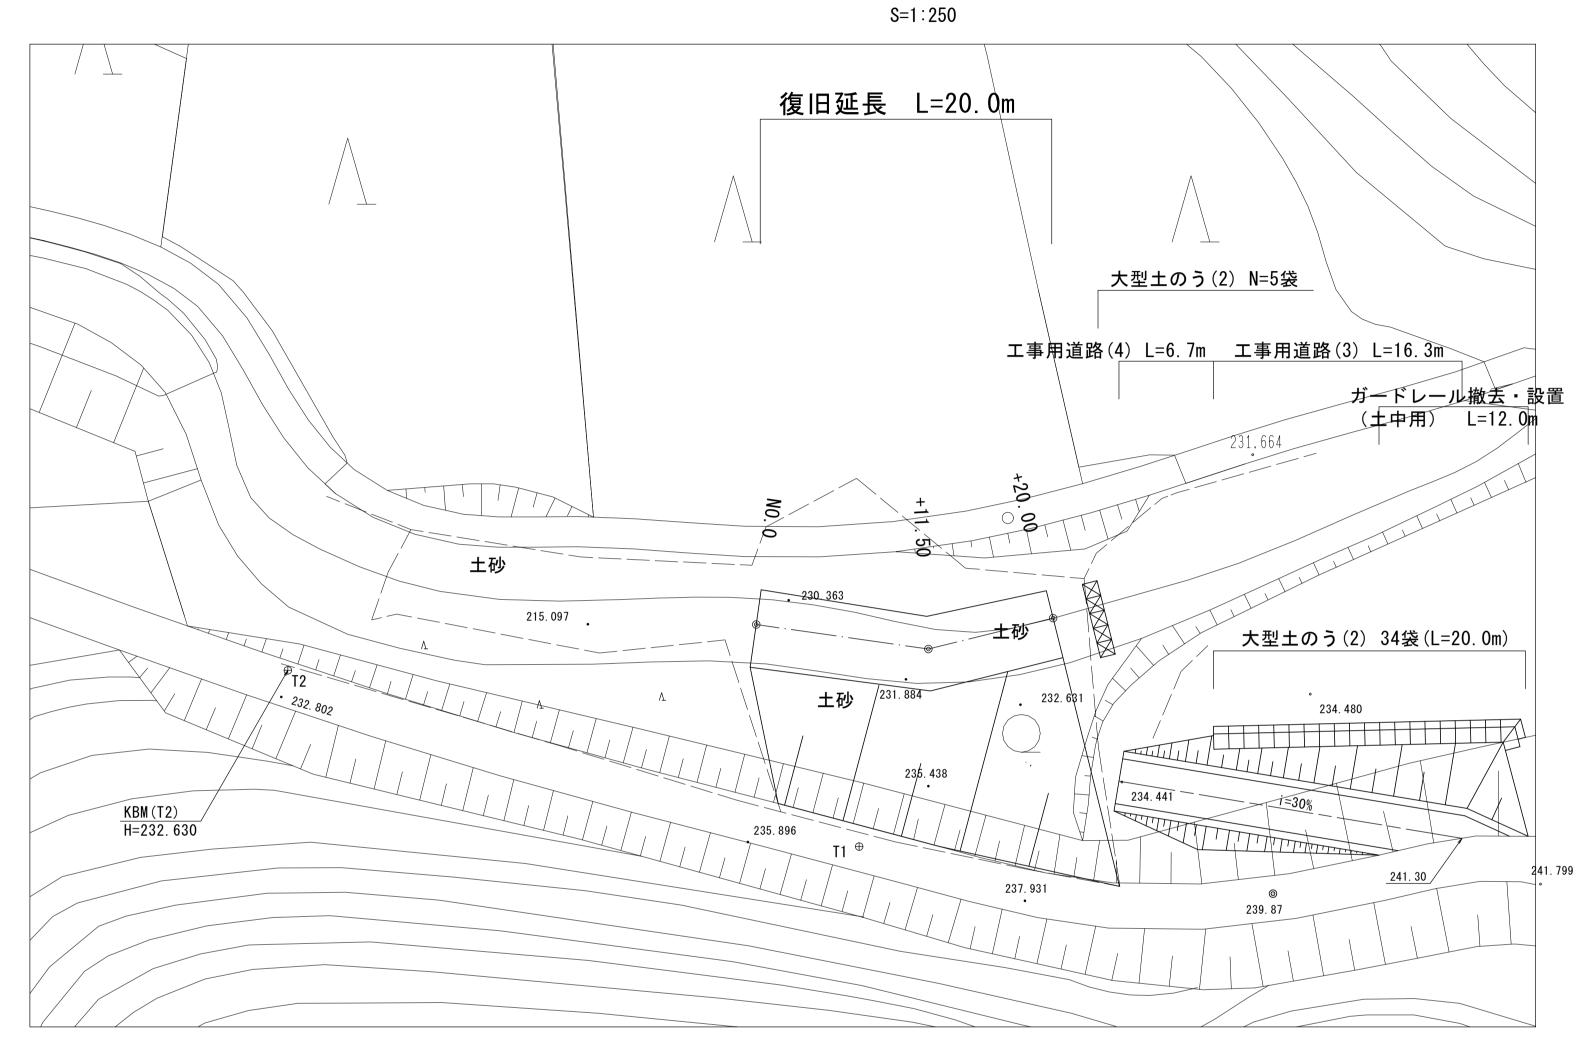


断 面 **这** S=1:10

上流側

大型土のう(2) 5.4/(1.10×1.08)=4.55≒5袋

<u>工事用道路(3)</u> S=1:100

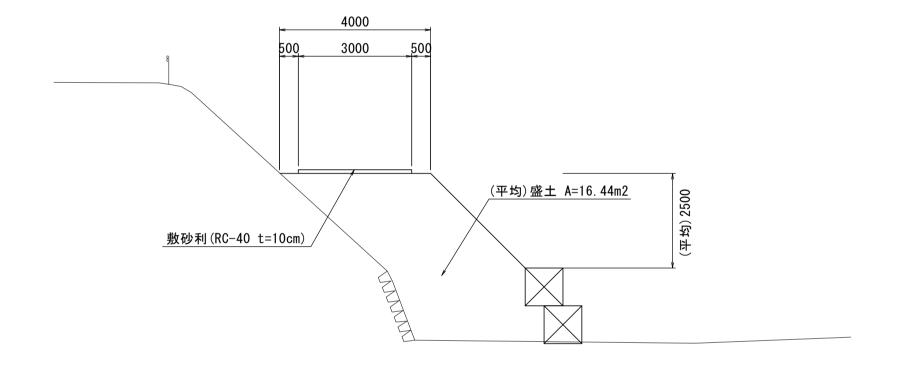


工事用道路(3) L=16.3m

盛土16. 44 × 16. 3 = 268. 0m3敷砂利3. 00 × 16. 3 = 48. 9m2

土砂撤去及び 残土処理(2)

(2) $268.0+48.9 \times 0.10 = 272.9m3$

大型土のう(2) N=20.0×2.0/(1.10×1.08) = 33.7 ≒ 34袋

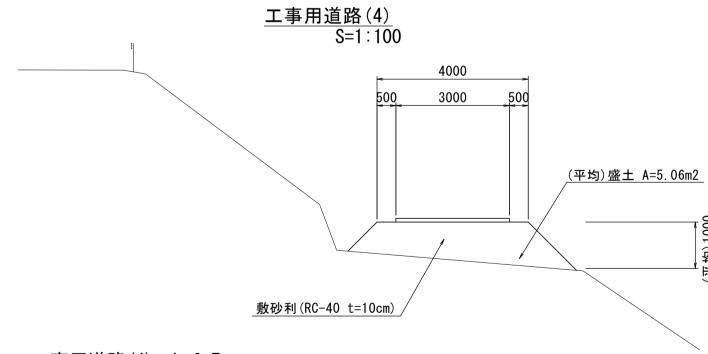

工事用道路(4) L=6.7m

盛土5.06×6.7 = 33.9m3敷砂利3.00×6.7 = 20.1m2

土砂撤去及び

残土処理(2) 33.9+20.1×0.10 = 35.9m3

国災第485	
工事名	平成29年度南河災補第2号 普通河川君ヶ野川及び 準用河川寺広川災害復旧工事
施工箇所名	津市美杉町八手俣地内
図面の種類	仮 設 工 詳 細 図(参考)
縮尺	図 示 図面番号 8/8
事業所名	津市建設部津南工事事務所