

平面図

S=1:500




凡 例		
記 号	名 称	形 状寸 法
●	1号マンホール	円形内径 900
⊗	塩ビ製公共樹	塩ビ製ふた
—	今回計画管	
—	将来計画管	

※この図面はA1サイズを原寸とする。	
工事名	平成30年度 下建公補第22号 曾根南処理分区公共下水道工事
施工箇所名	津市 安濃町曾根 地内
図面名	平面図
縮尺	1/500 図面番号 1/9
事業所名	津市下水道局下水道建設課

縦断面図

H=1:500
V=1:100


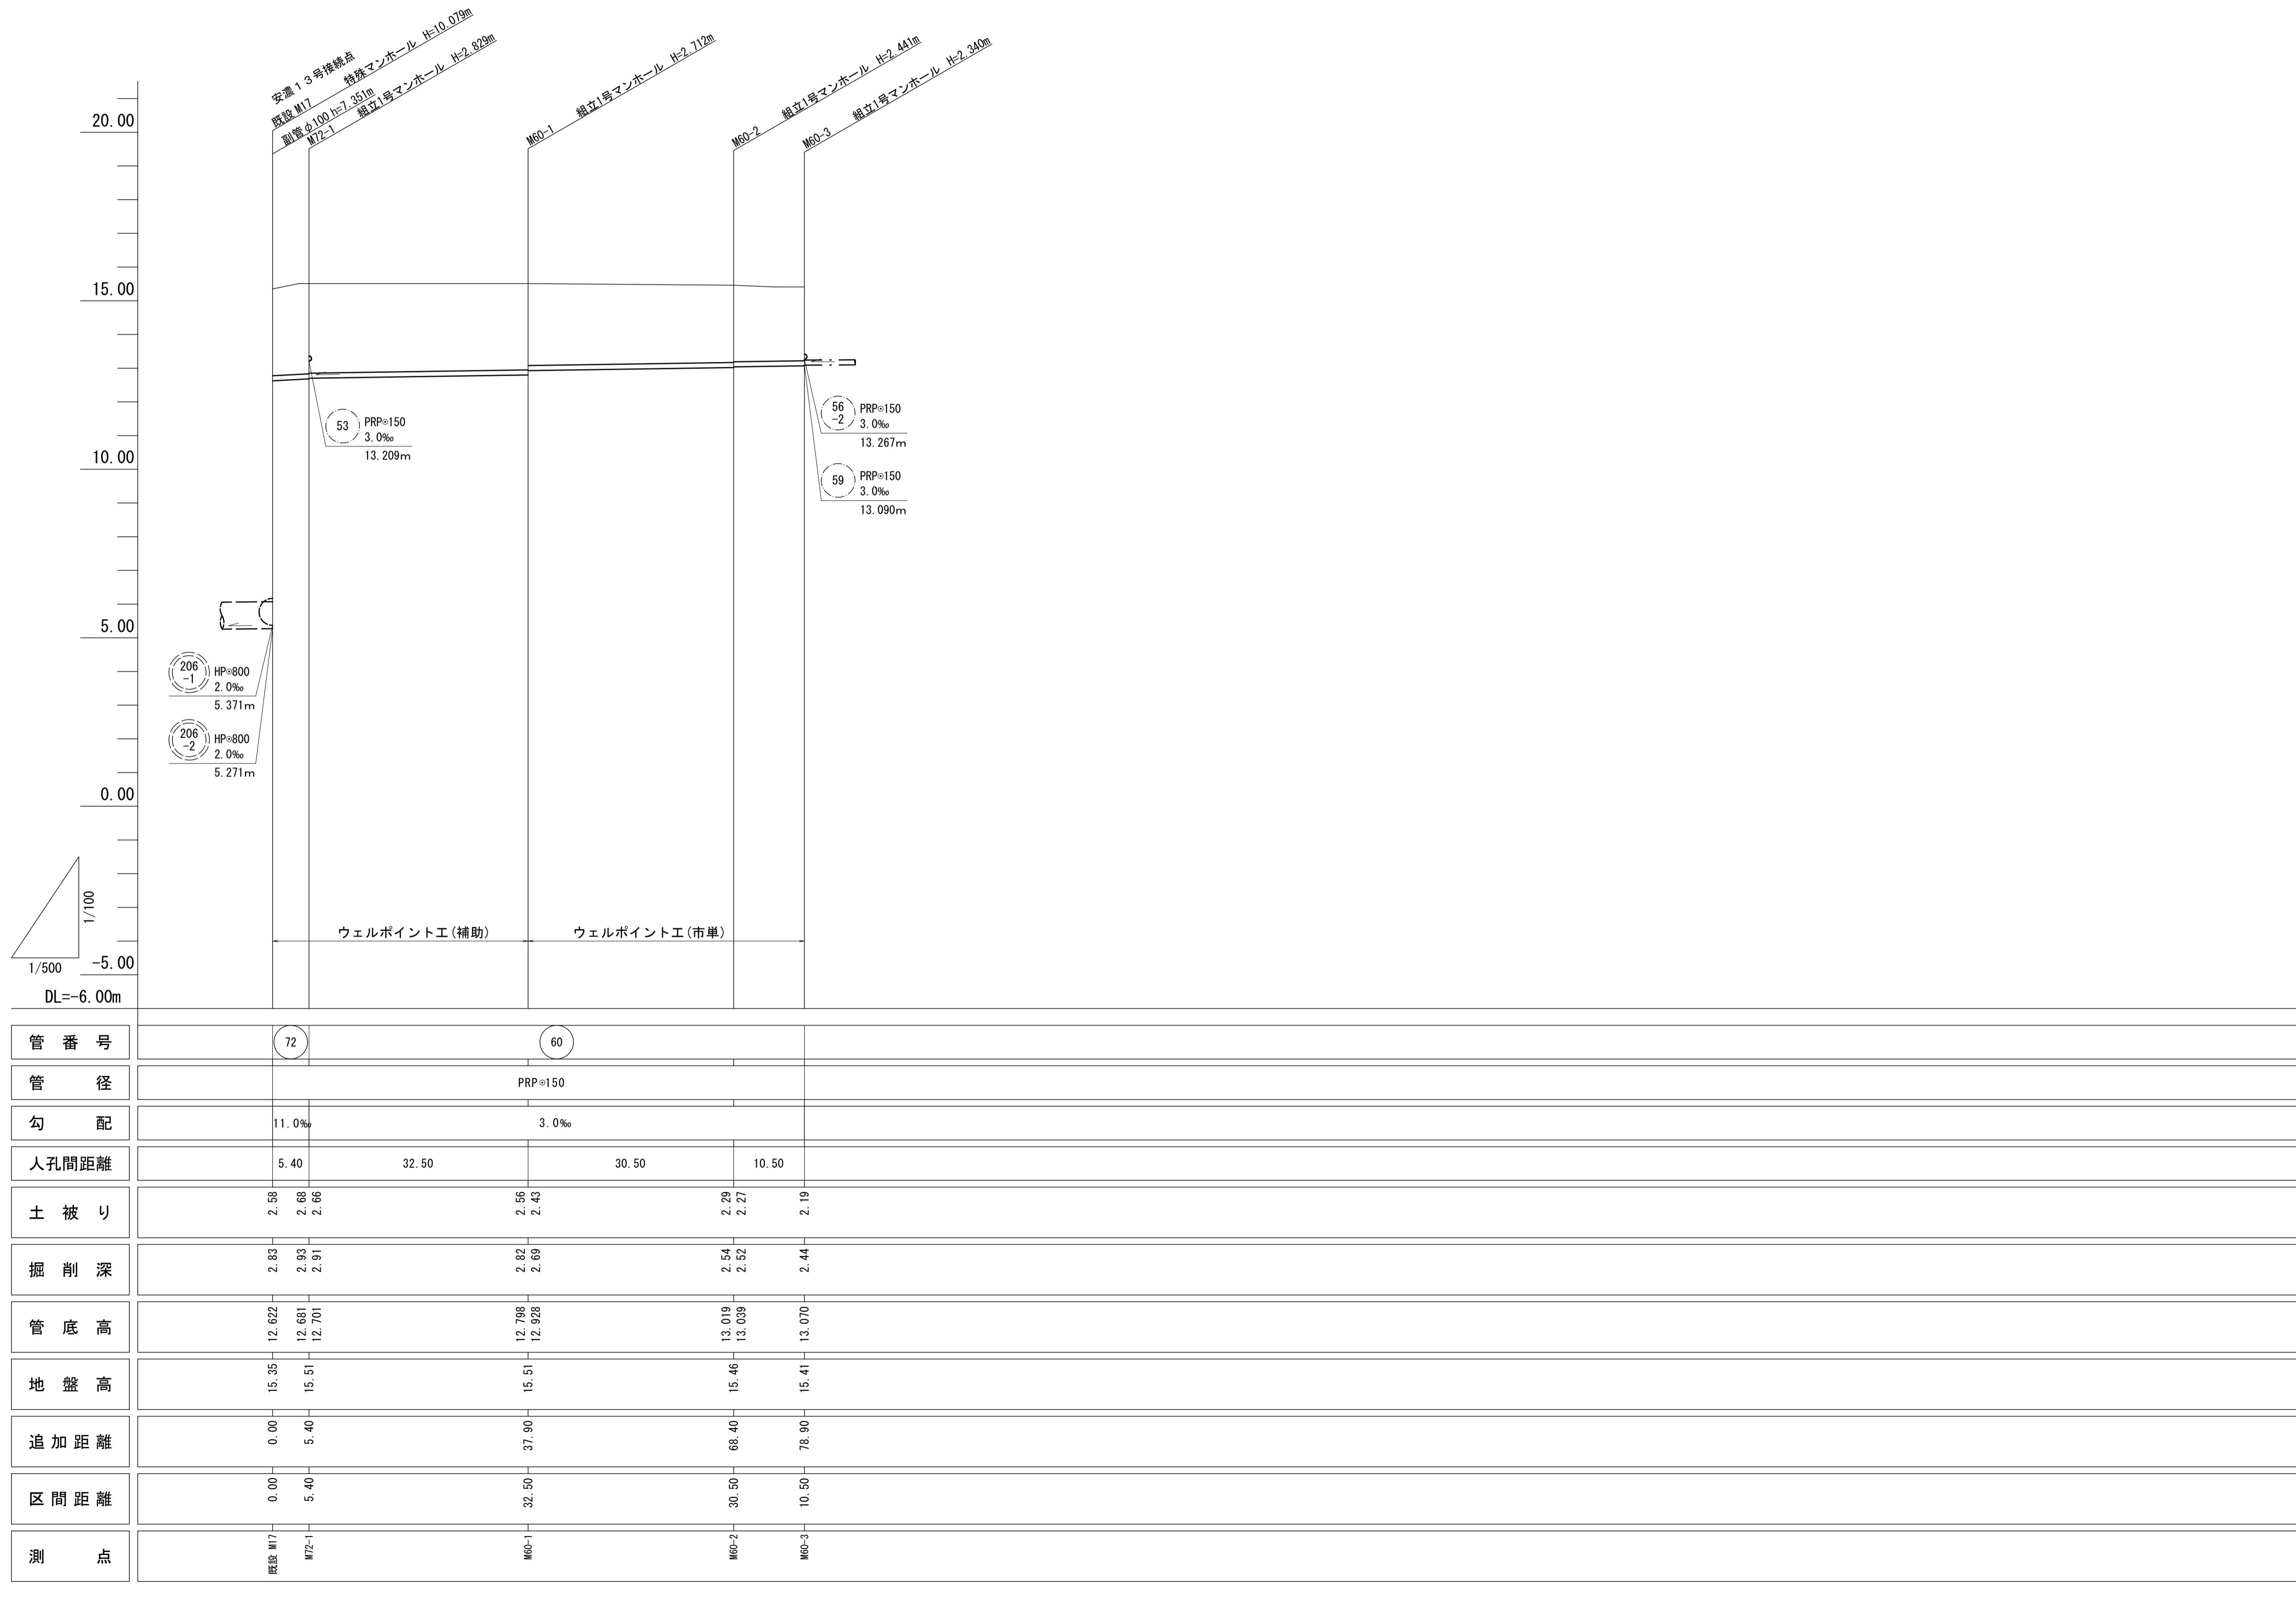


管番号表			
60	72		

※この図面はA1サイズを原寸とする。			
工事名	平成30年度 下建公補第22号 曽根南処理分区公共下水道工事		
施工箇所名	津市 安濃町曾根 地内		
図面名	縦断面図		
縮尺	H=1:500 V=1:100	図面番号	2/9
事業所名	津市下水道局下水道建設課		

横断面図

S=1 : 100

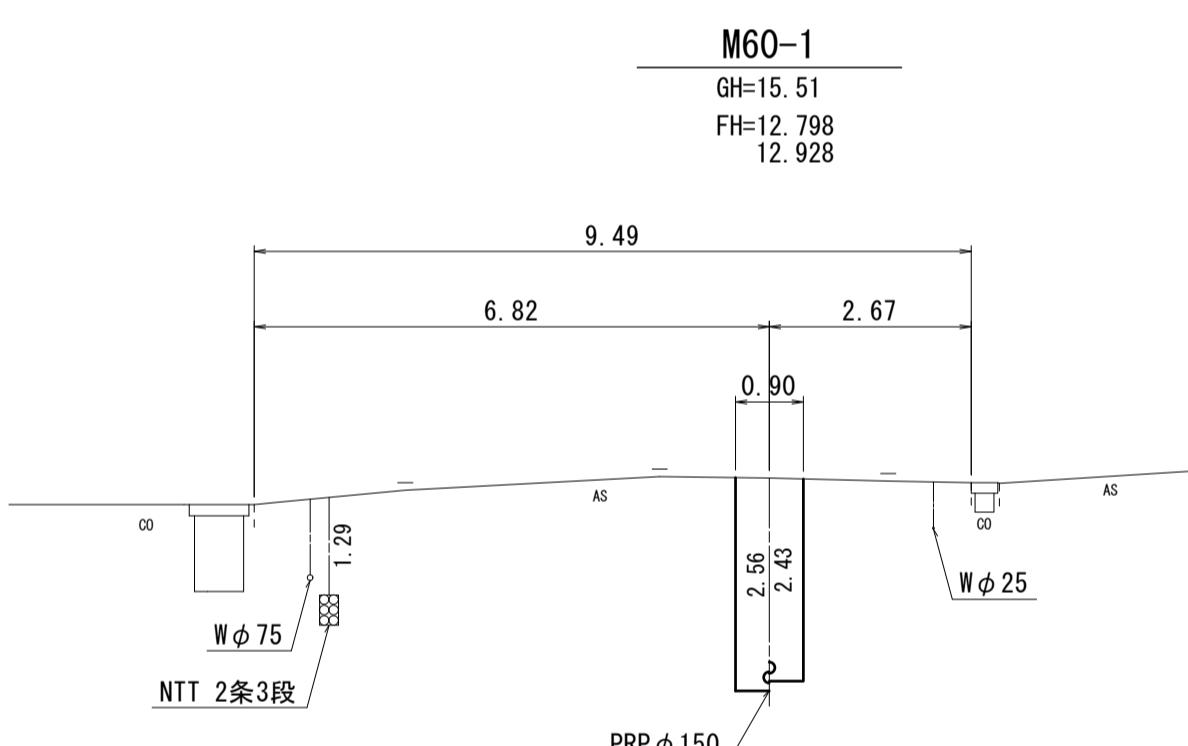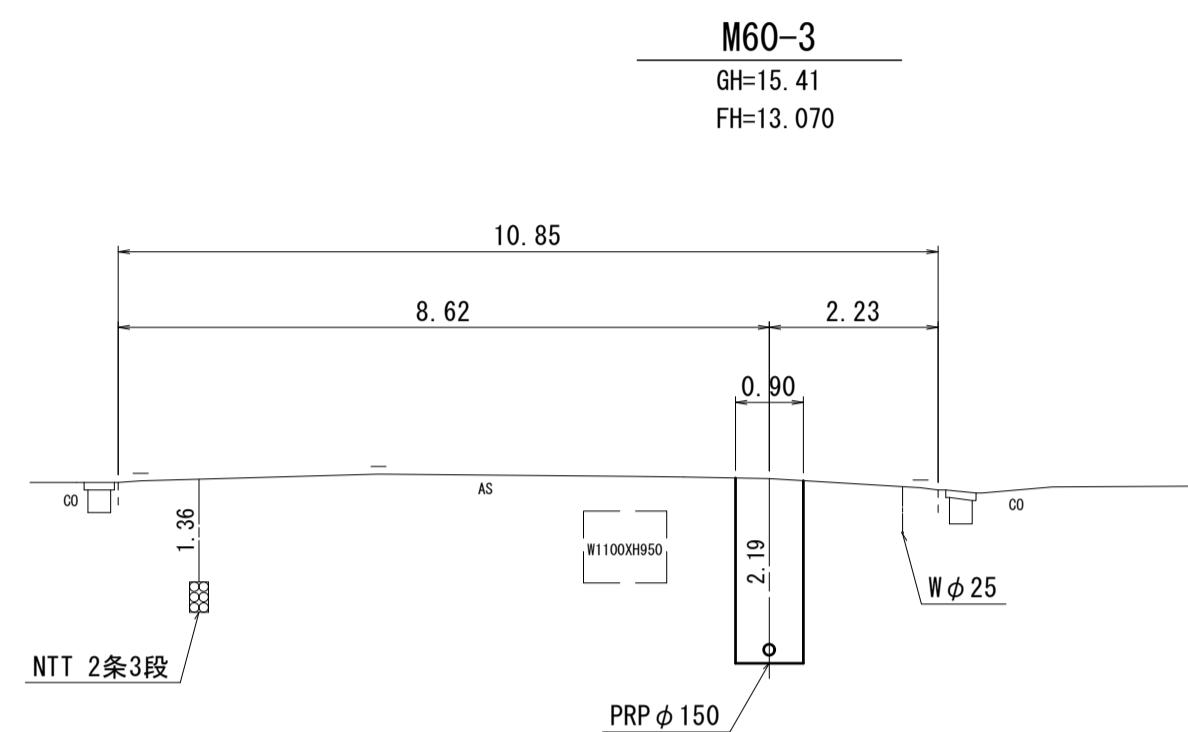

管番号表	
60	72


※この図面はA1サイズを原寸とする。

工事名	平成30年度 下建公補第22号 曽根南処理分区公共下水道工事		
施工箇所名	津市 安濃町曾根 地内		
図面名	横断面図		
縮尺	1/100	図面番号	3/9
事業所名	津市下水道局下水道建設課		


副管工詳細図

(既設M17特殊マンホール) S=1:50


平面図

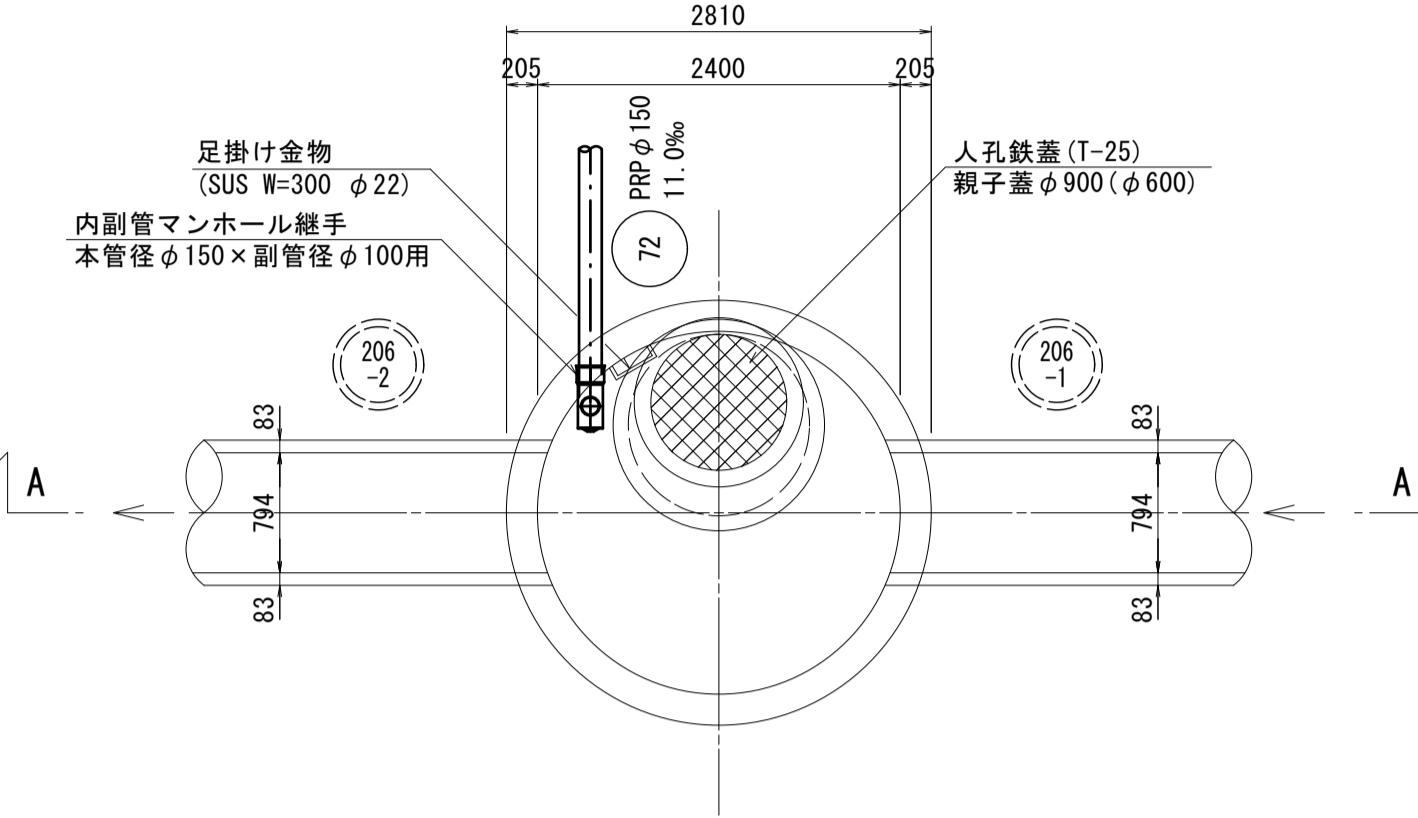

振止め金具 S=1:10

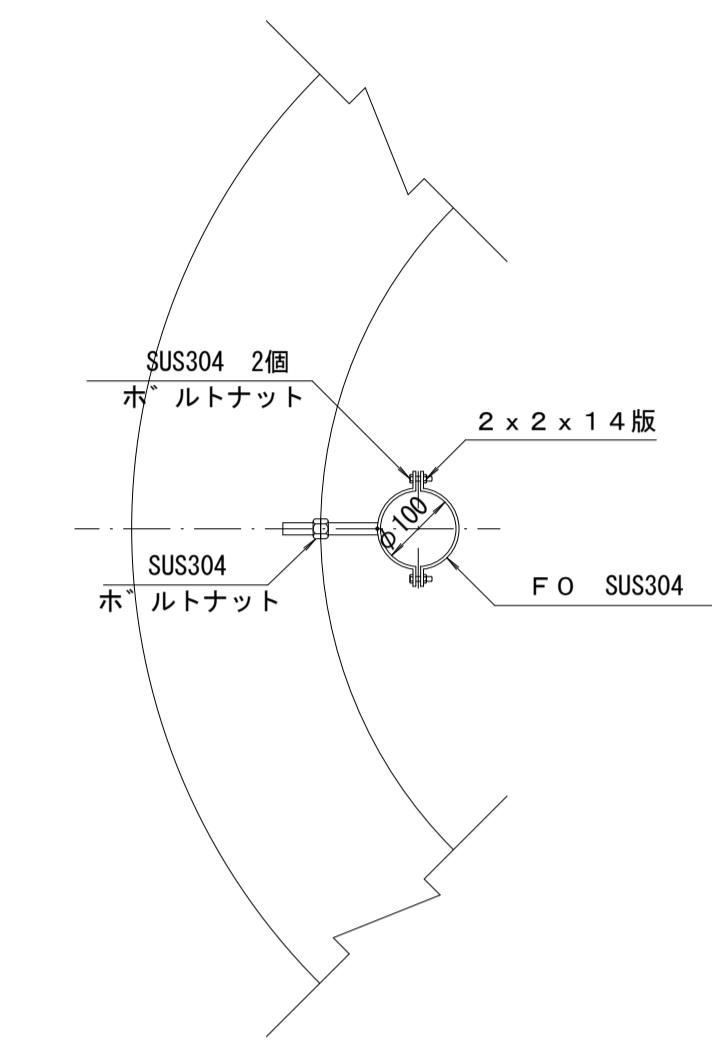


A-A断面図

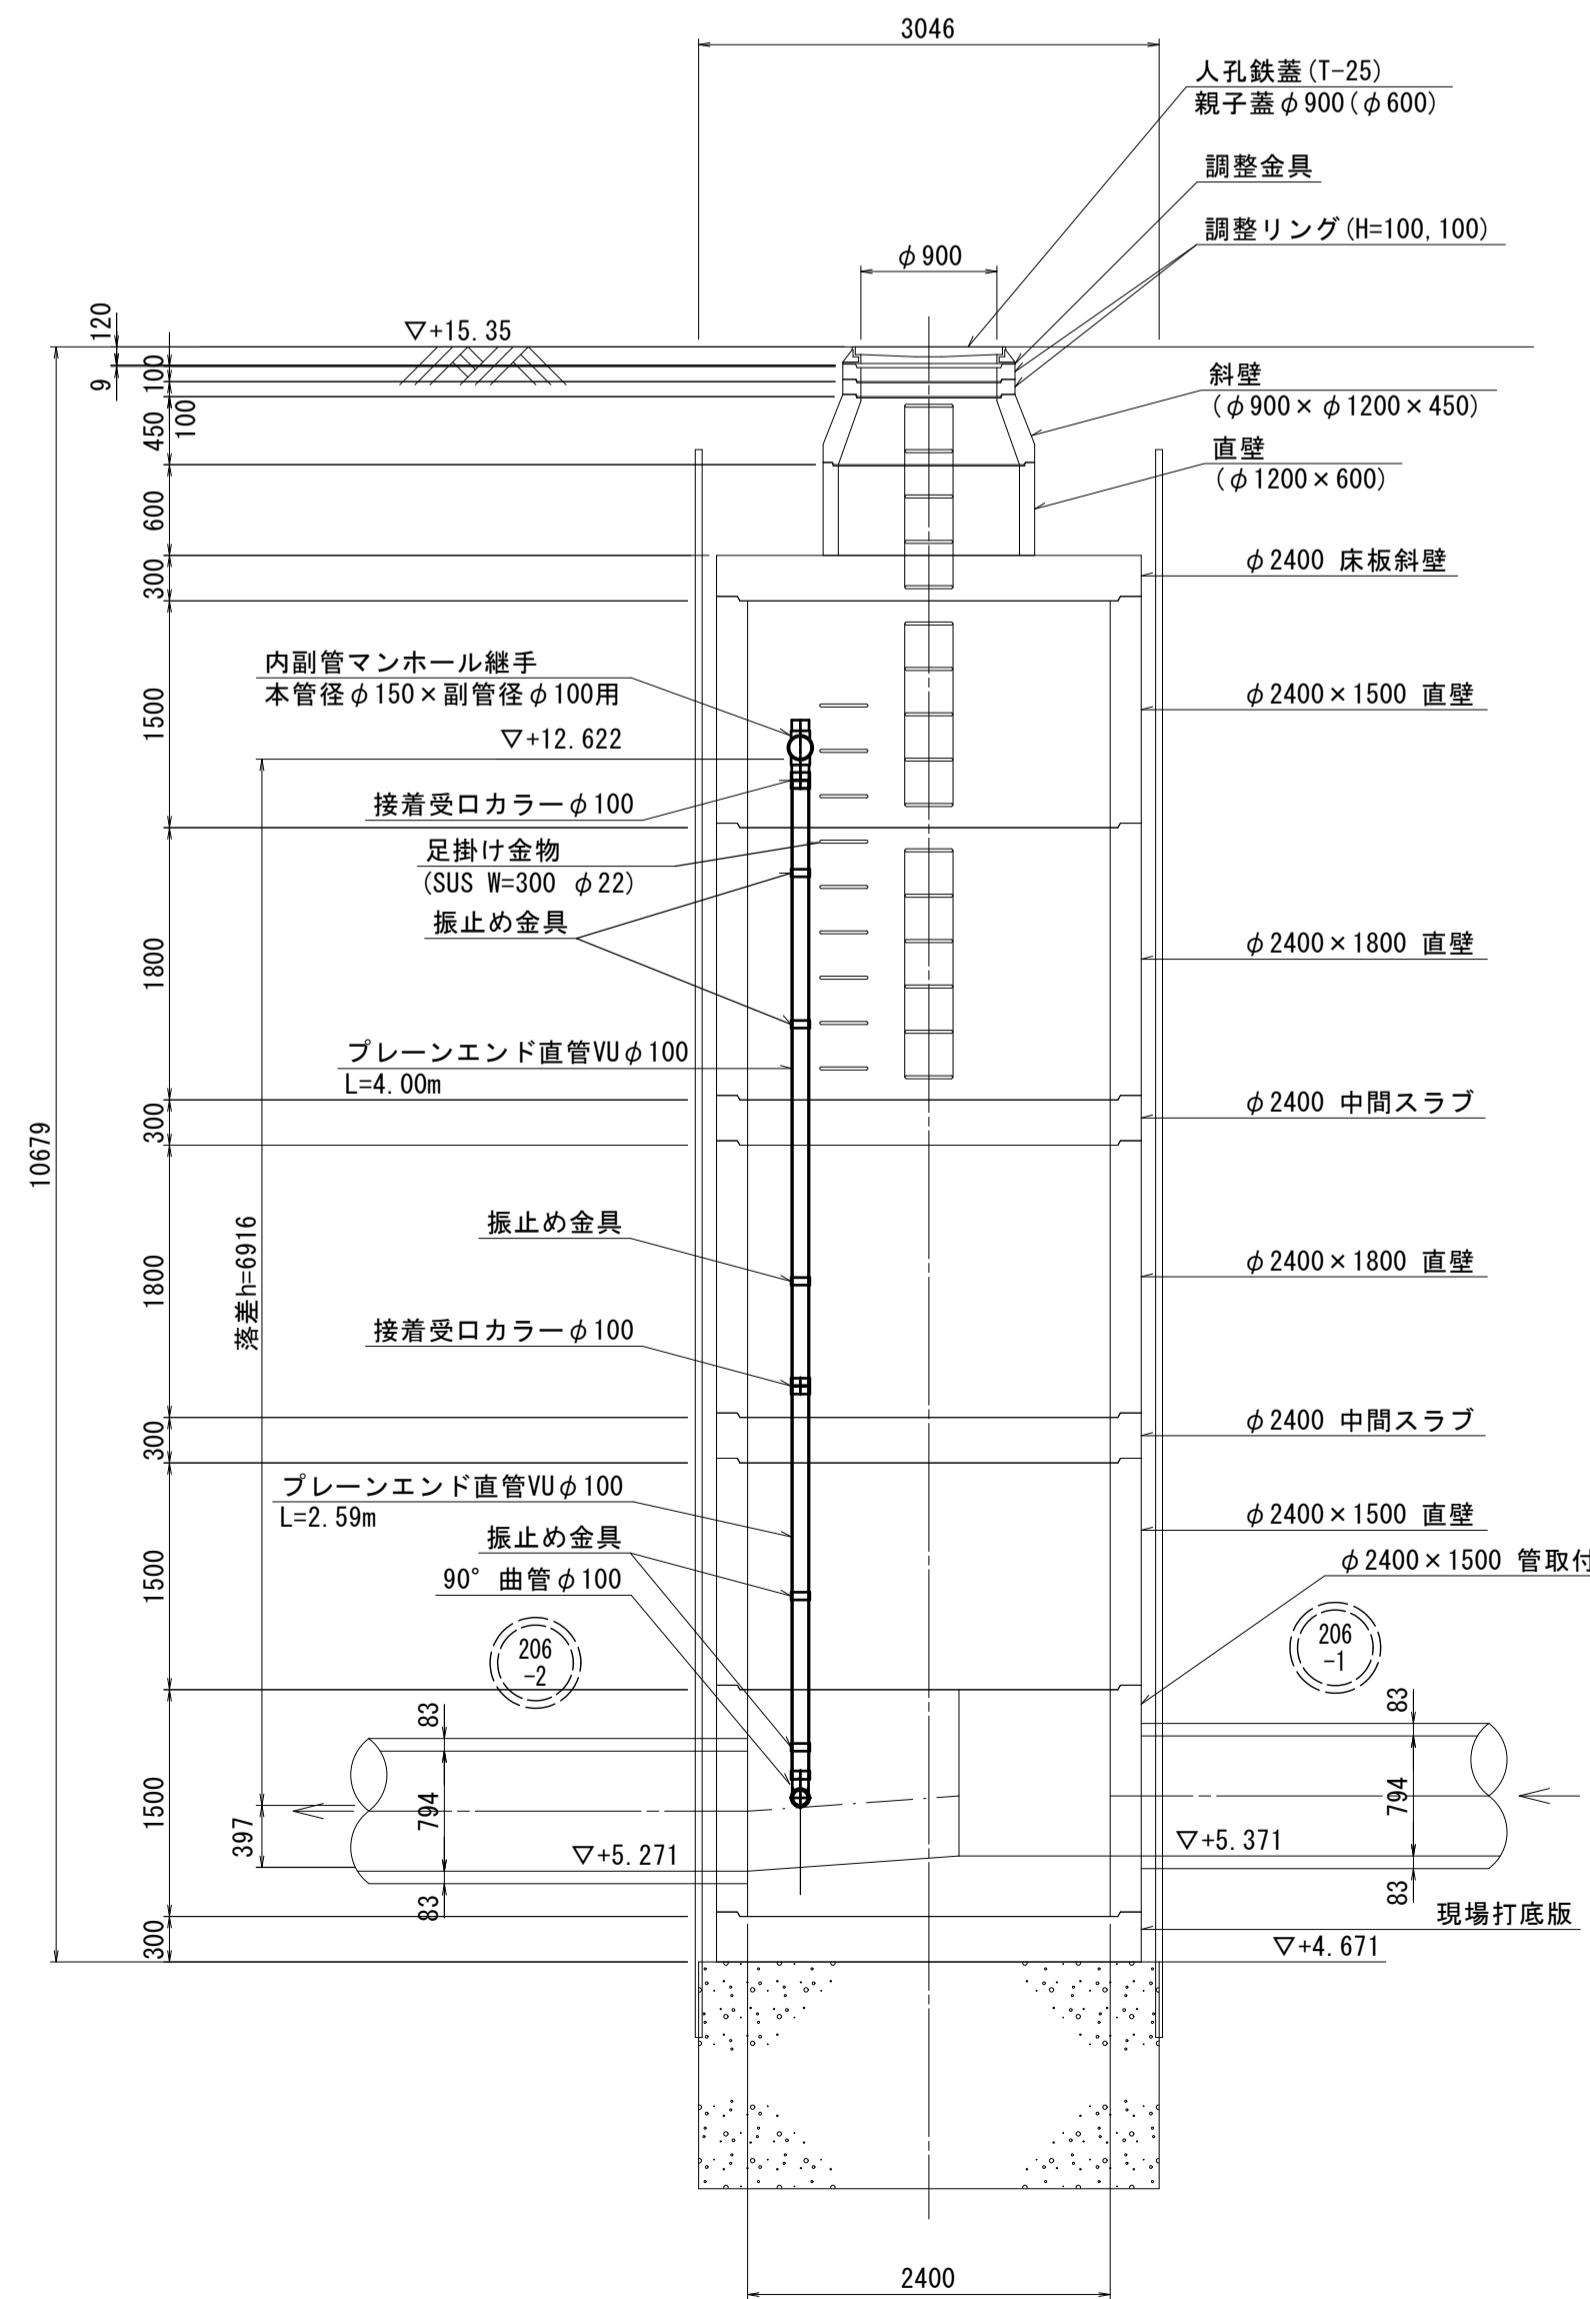

本管布設詳細図

s=1/20

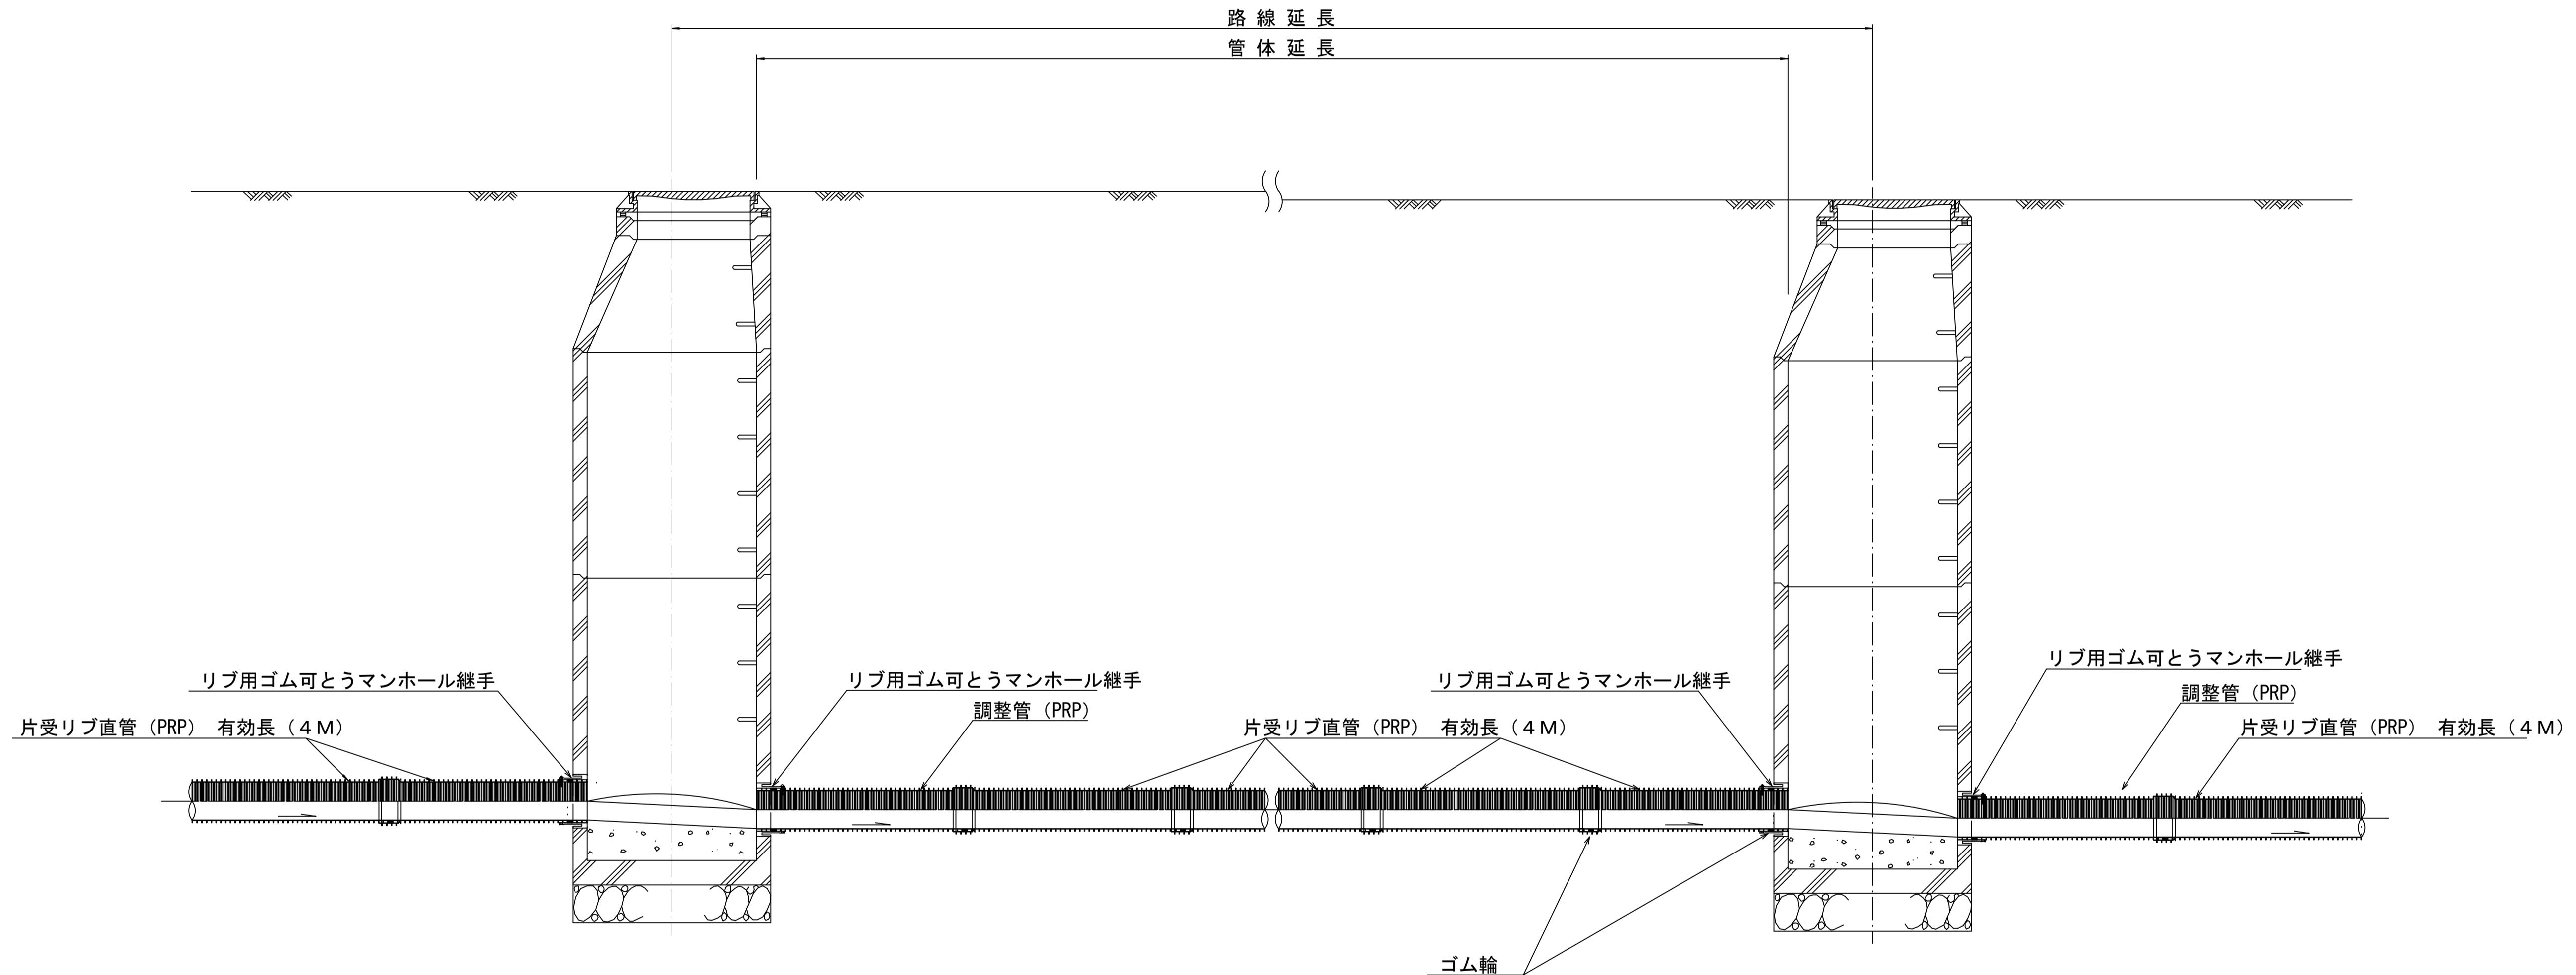


注) 調整管が1.0m未満の場合は、1.0mで切断をし片受直管で長さを調整する。


参考

※この図面はA1サイズを原寸とする。	
工事名	平成30年度 下建公補第22号 曽根南処理分区公共下水道工事
施工箇所名	津市 安濃町曾根 地内
図面名	本管布設詳細図
縮尺	1/20 図面番号 5/9
事業所名	津市下水道局下水道建設課

土工定規図 S=1/20
(リブ本管) 参考

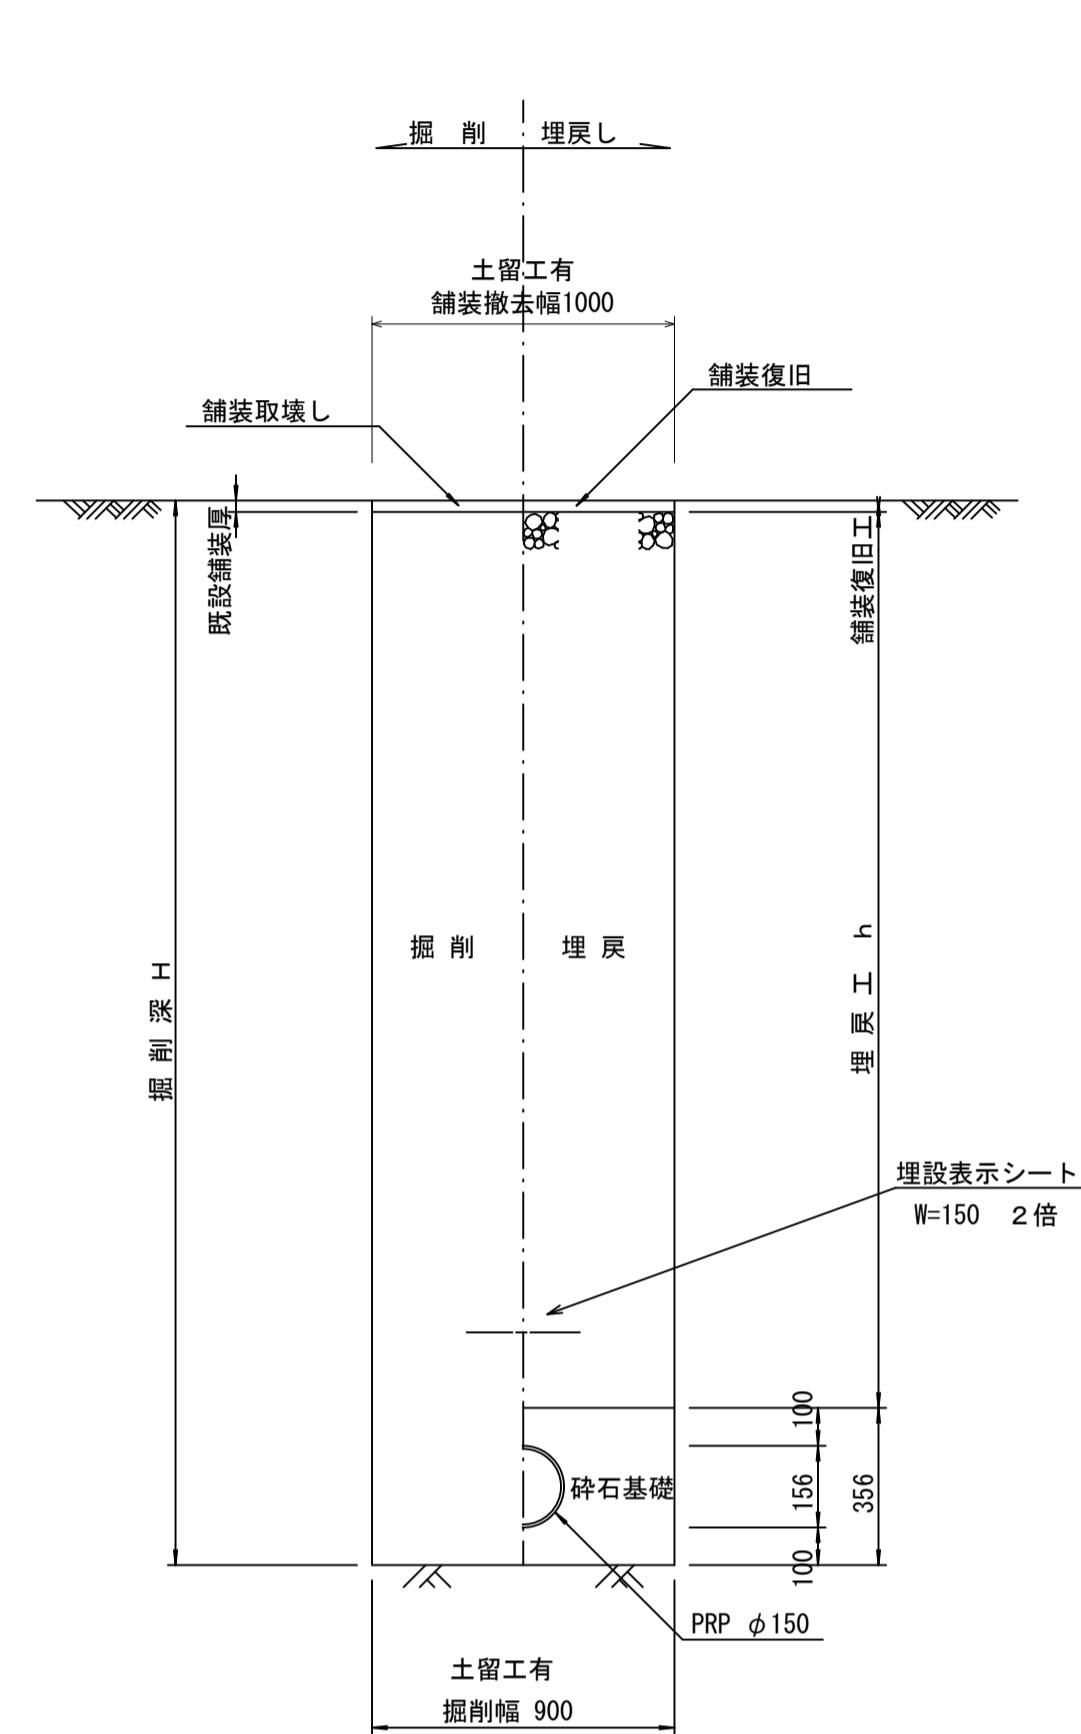


舗装復旧工 S=1/20

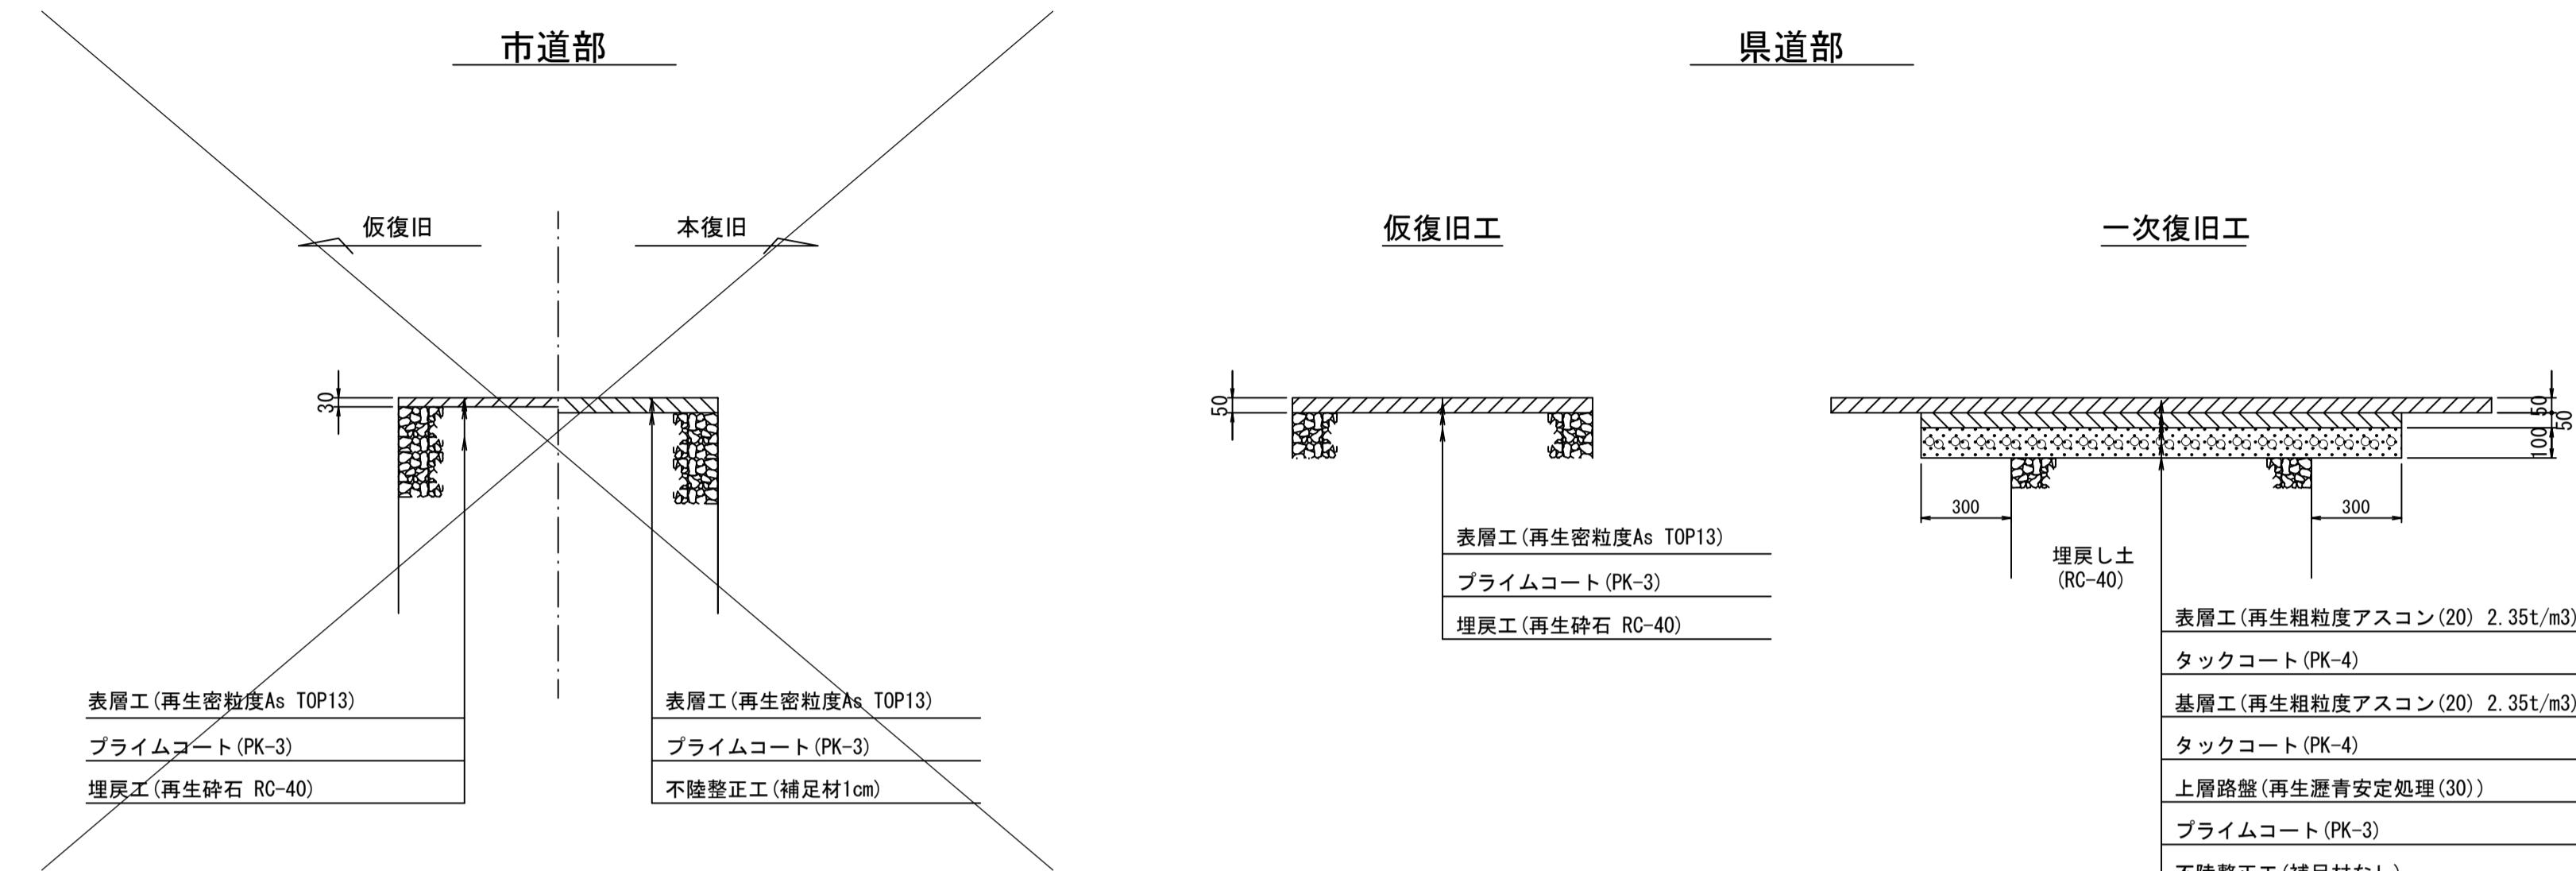

ウェルポイント土工 S=1/20

取付管土工定規図 S=1/20
参考

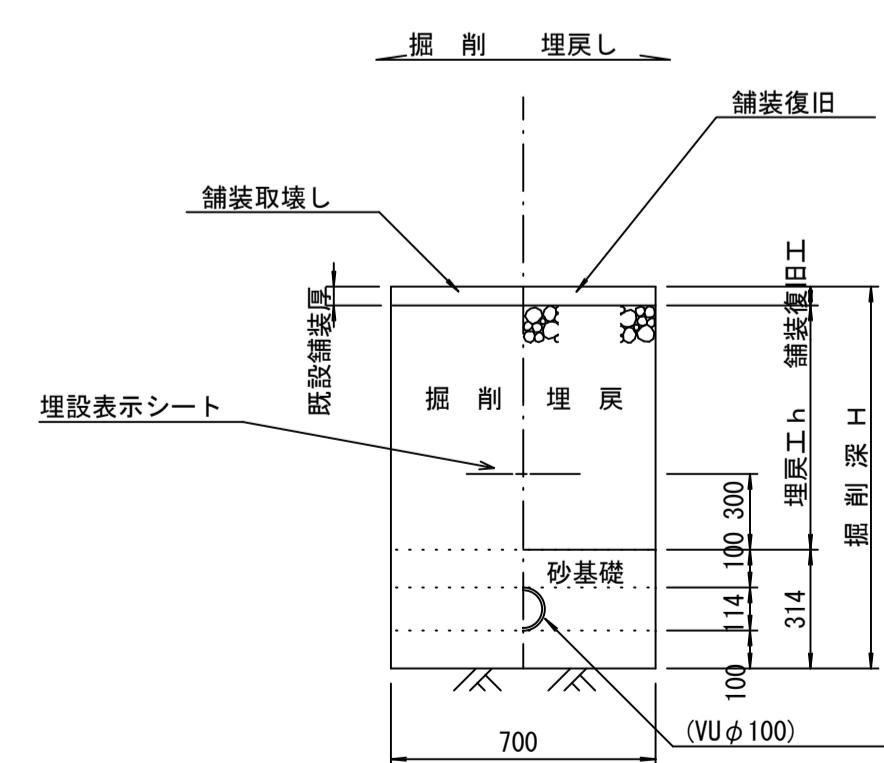

ウェルポイント埋設工数量表 10.0m当たり			
名 称	規 格	単 位	数 量
舗装版切断工		m	10.00
舗装版取扱い工	t=20cm	m ²	5.00
As搬運搬・処分	m ³		1.00
機械床掘	m ³		1.50
機械埋戻	流用土	m ³	1.35
機械埋戻	RC-40	m ³	0.72
仮復旧工	t=5cm	m ²	5.00

ウェルポイント撤去工数量表 10.0m当たり			
名 称	規 格	単 位	数 量
舗装版切断工	t=20cm	m	10.00
舗装版取扱い工	t=5cm	m ²	5.00
舗装版取扱い工	t=20cm	m ²	3.00
As搬運搬(1)	m ³		0.25
As搬運搬(2)	m ³		0.60
As搬運搬	m ³		0.85
機械床掘	m ³		2.07
機械埋戻	RC-40	m ³	1.50
不陸整正	無し	m ²	3.00
上層路盤	t=10cm	m ²	8.00
基層	t=5cm	m ²	8.00
表層	t=5cm	m ²	8.00


参考
※この図面はA1サイズを原寸とする。
工事名 平成30年度 下建公補第22号 曽根南処理分区公共下水道工事
施工箇所名 津市 安濃町曾根 地内
図面名 土工定規図 (リブ管), ウエルポイント土工 取付管土工定規図, 舗装復旧工
縮 尺 1/20 図面番号 6/9
事業所名 津市下水道局 下水道建設課

土留工標準図 (参考)

(軽量金属支保材使用の場合)


断面図

S=1:20

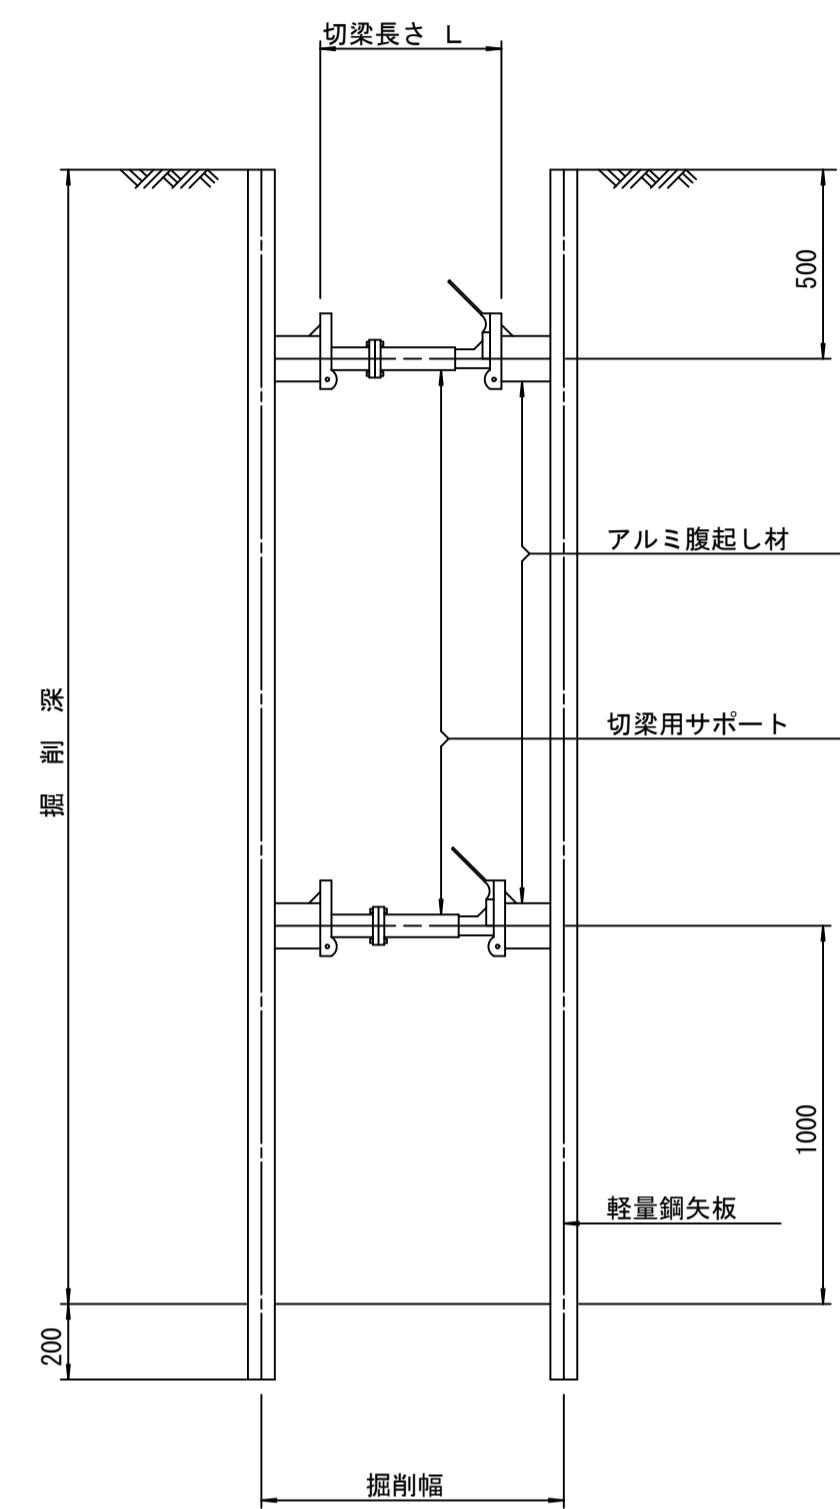

軽量鋼矢板 標準図

S=1:5

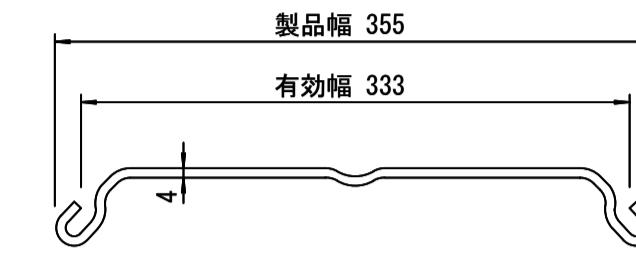


支保工段数表

掘削深 (m)	矢板長 (m)	支保工段数 (段)
1.5 < H ≤ 1.8	2.0	1
1.8 < H ≤ 2.0	2.5	1
2.0 < H ≤ 2.3	2.5	2
2.3 < H ≤ 2.8	3.0	2
2.8 < H ≤ 3.3	3.5	2
3.3 < H ≤ 3.5	4.0	2
3.5 < H ≤ 3.8	4.0	3

※ マンホール部掘削時においては、掘削深に応じた軽量鋼矢板を使用すること。

平面図

S=1:20

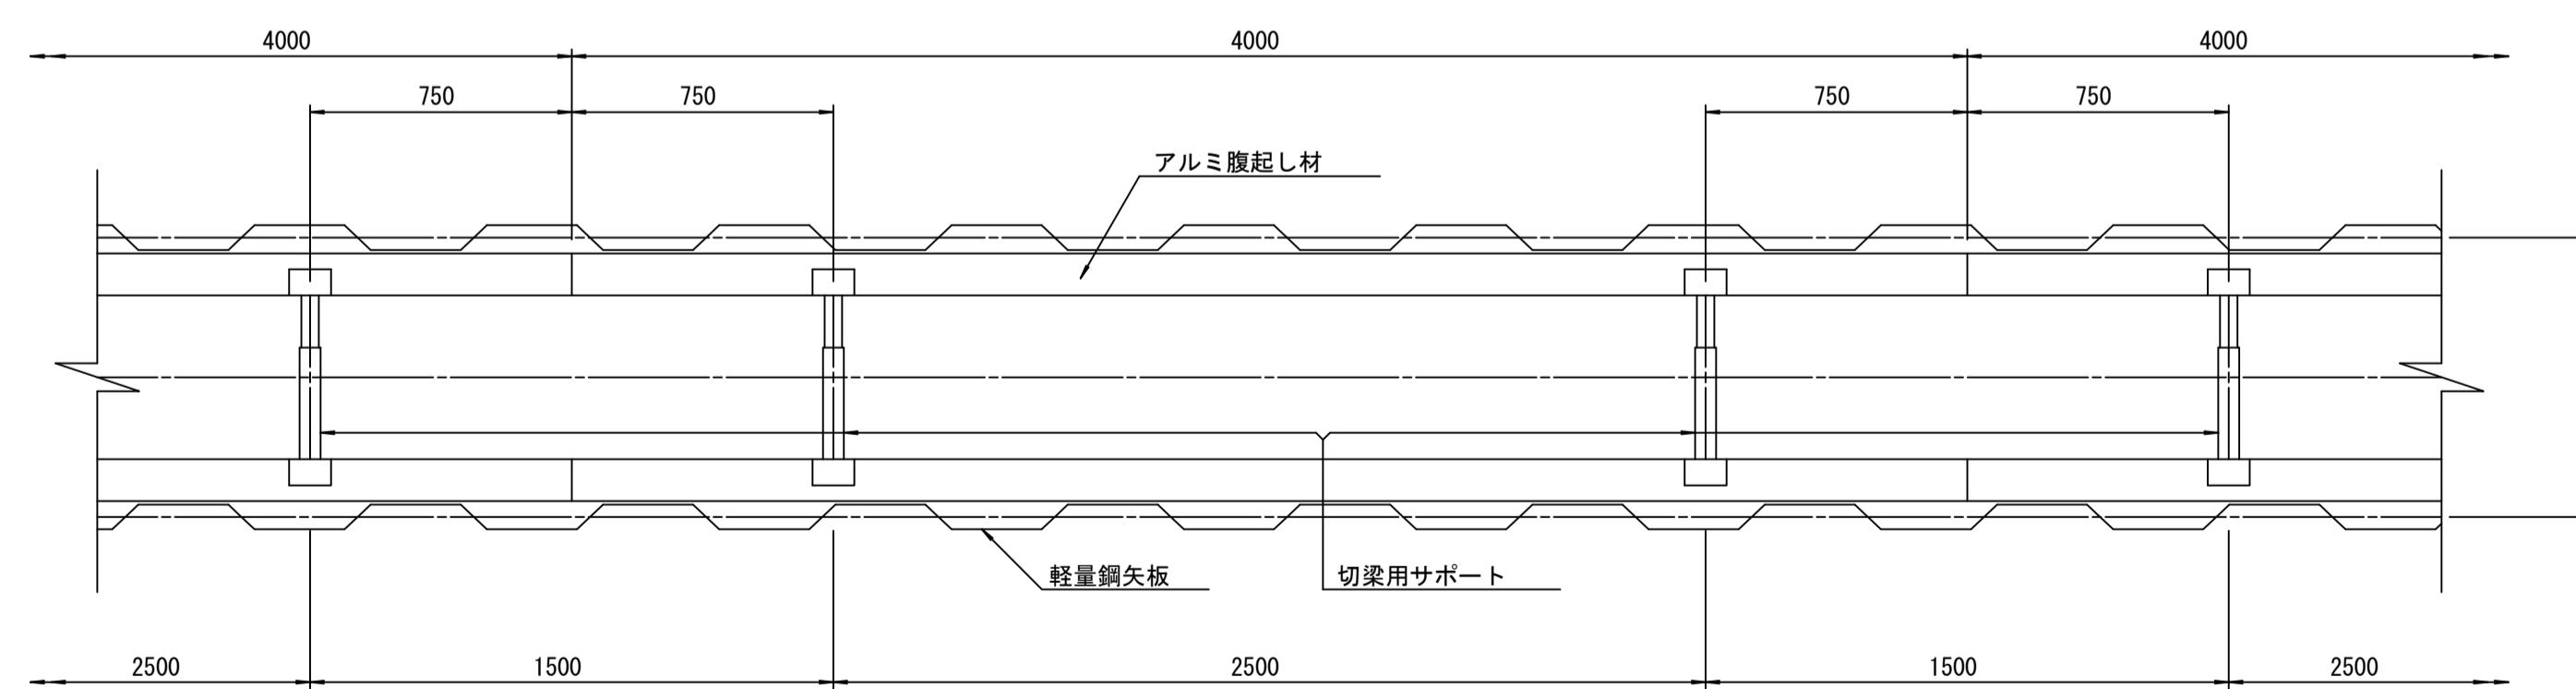

参 考

※この図面はA1サイズを原寸とする。

工事名 平成30年度 下建公補第22号 曾根南処理分区公共下水道工事

施工箇所名 津市 安濃町曾根 地内

図面名 土留工標準図
(軽量金属支保材使用の場合)


縮 尺 図示 図面番号 7/9

事業所名 津市下水道局下水道建設課


組立 1 号 マンホール構造図

S=1:20


平面図

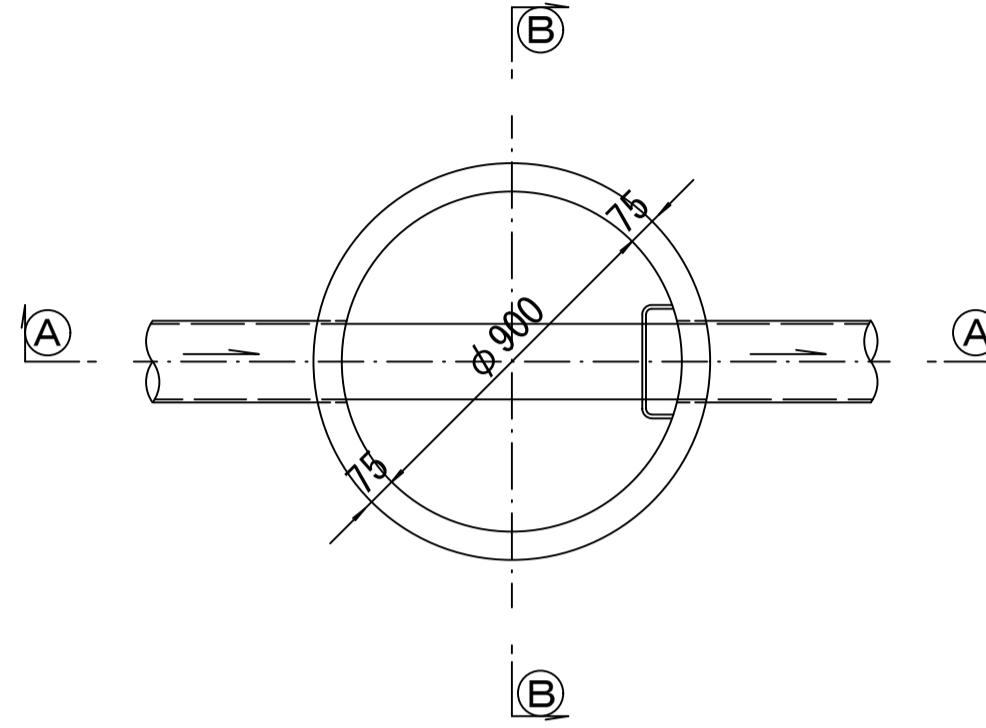


緊結部詳細図

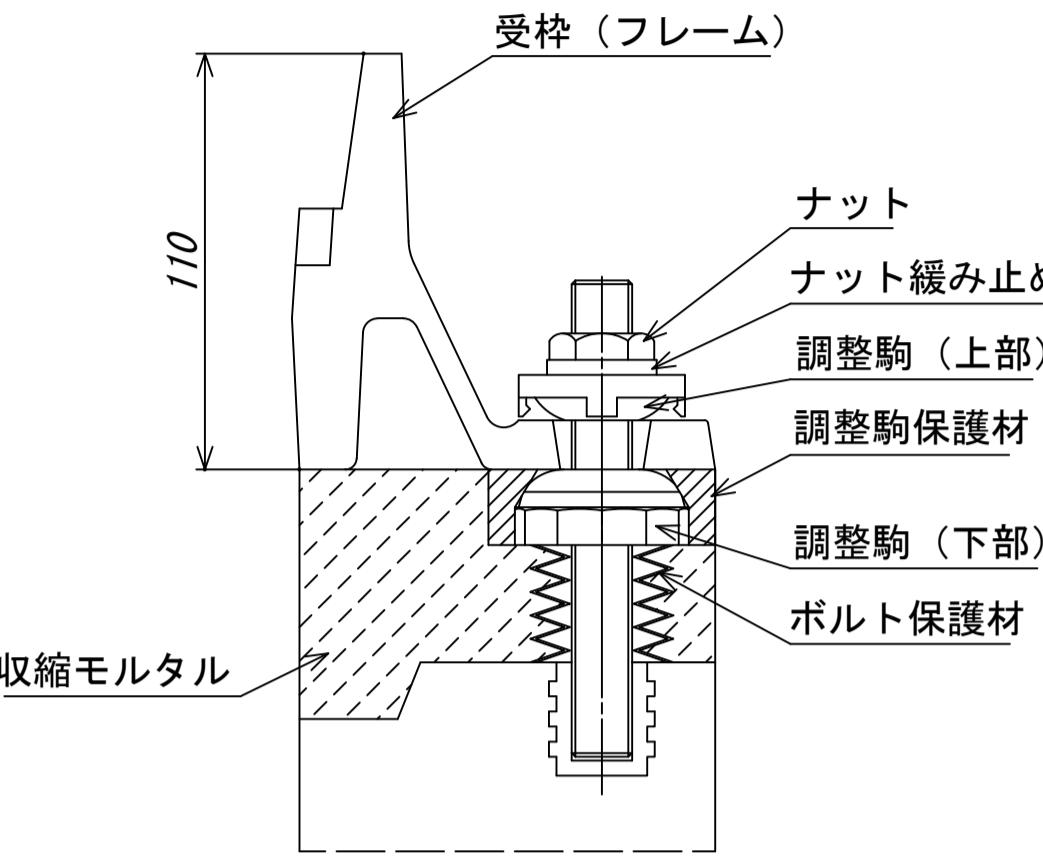


調整リング

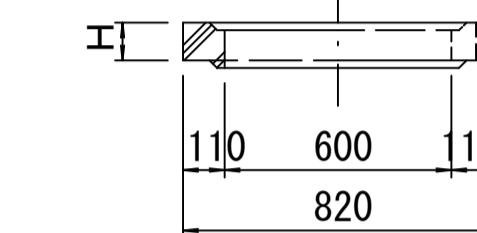


転倒防止装置
(底版付)

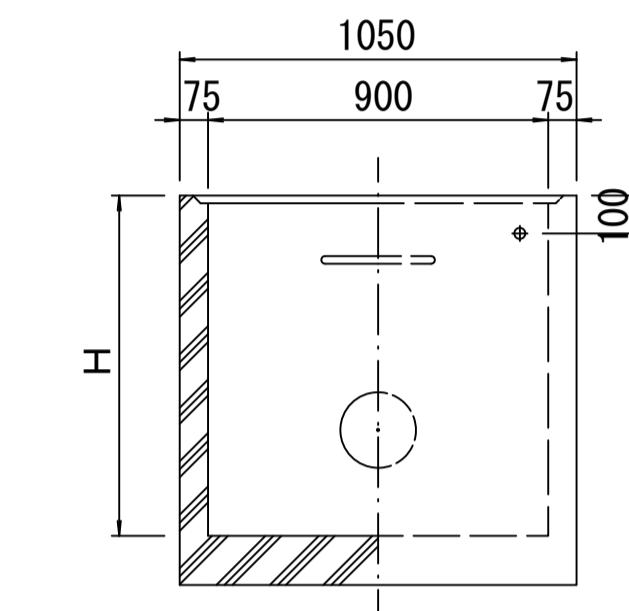


(A)---(A) 断面

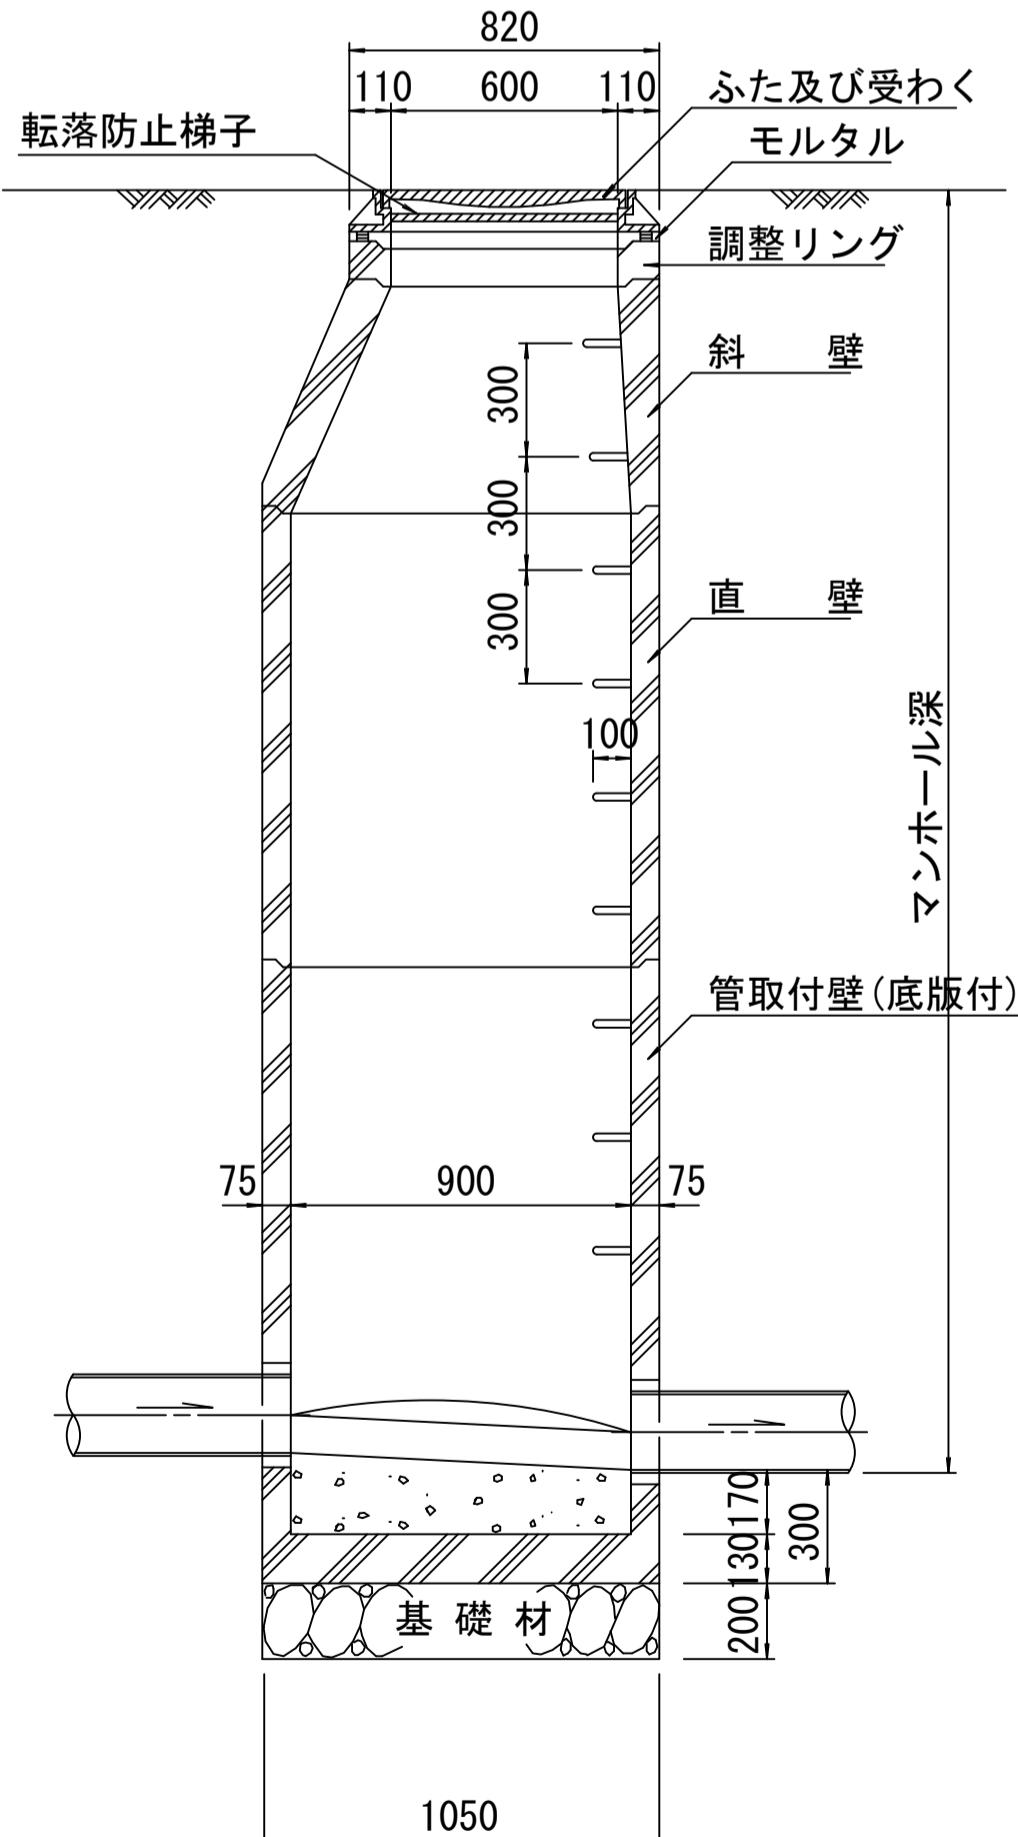

(B)---(B) 断面

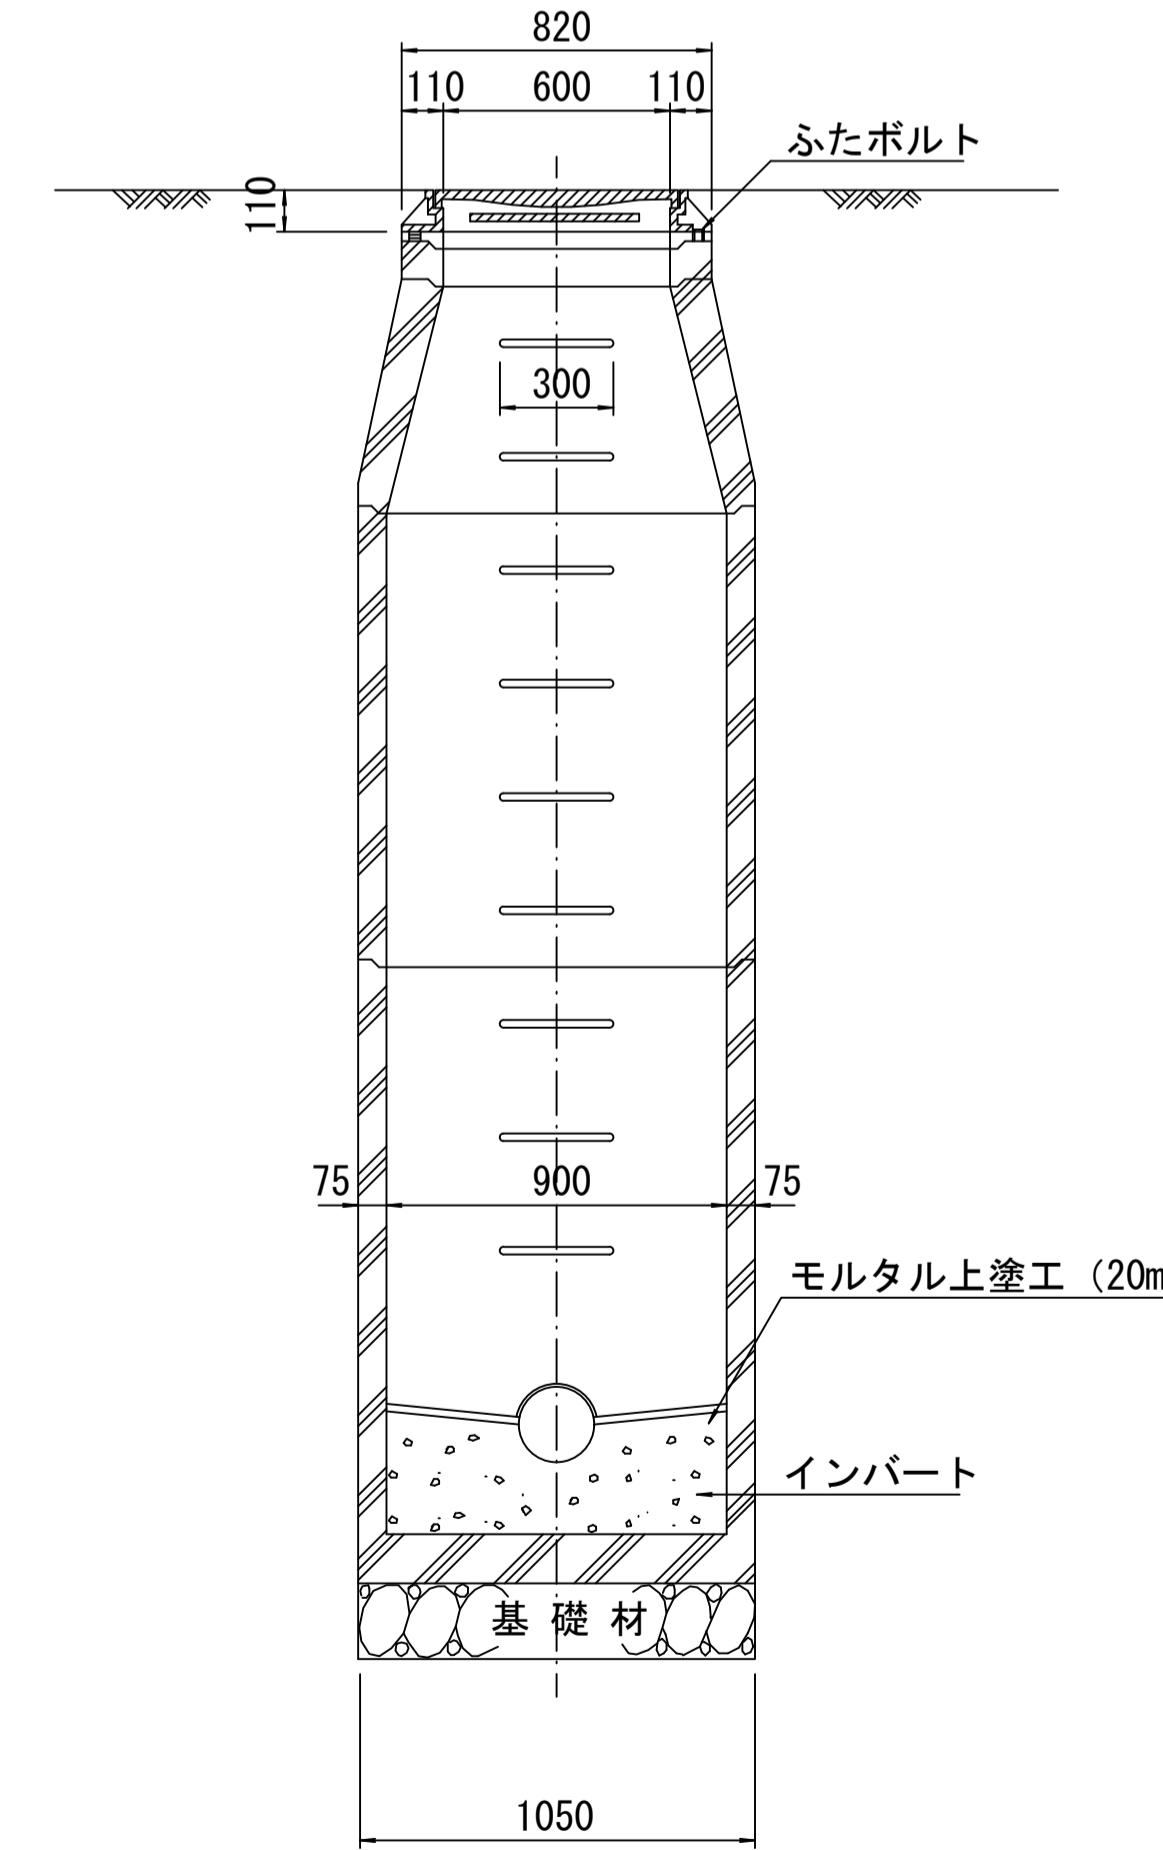

斜壁

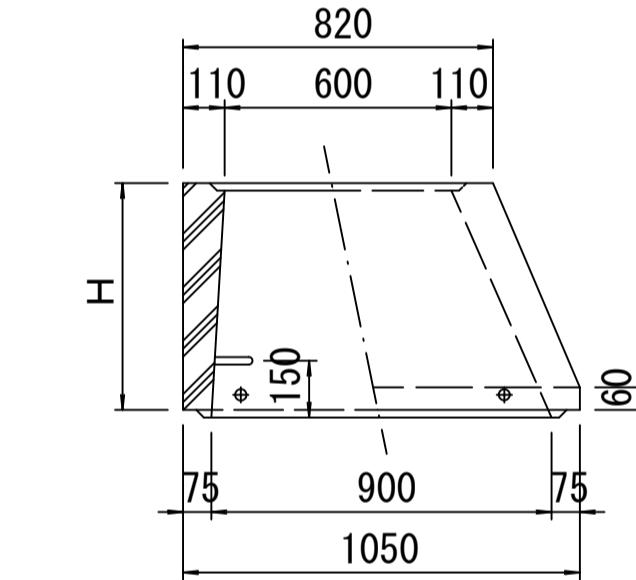


寸法表

種類	H (mm)				
	50	100	150	200	250
調整リング	50	100	150		
斜壁	300	450	600		
直壁	300	600	900	1200	1500
管取付壁	600	900	1200	1500	1800

※鉄蓋の仕様については、津市認定マンホール蓋（市章入り）とする。

直壁

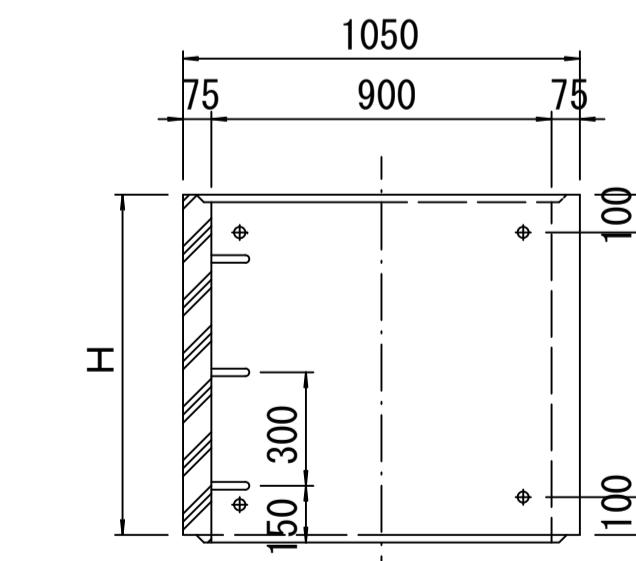

参考
※この図面はA1サイズを原寸とする。

工事名 平成30年度 下建公補第22号 曽根南処理分区公共下水道工事

施工箇所名 津市 安濃町曾根 地内

図面名 組立1号マンホール構造図

縮尺 1/20 図面番号 8/9

事業所名 津市下水道局下水道建設課


※ マンホール深2m以上の場合に、転落防止梯子を設置すること。

取付管布設標準図

(リブ本管)

S=1:20



Aタイプ

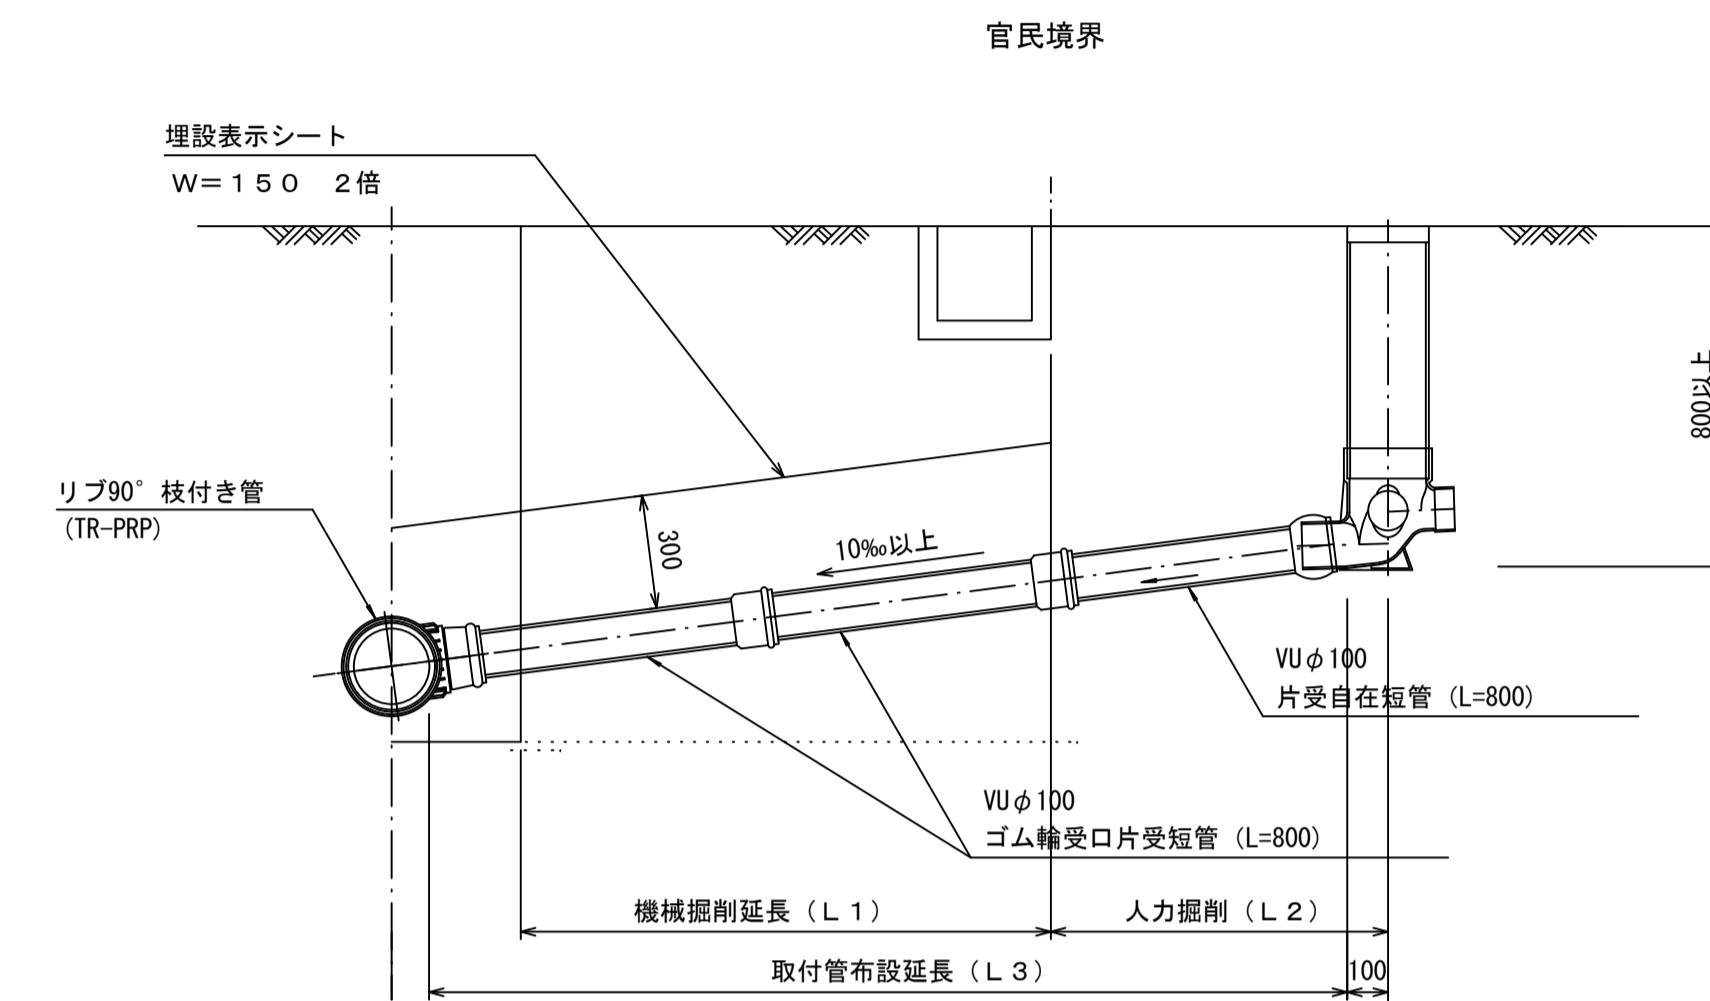

汚水栓構造図 S=1:5


平面図

(参考)

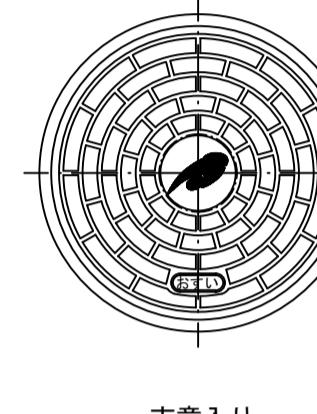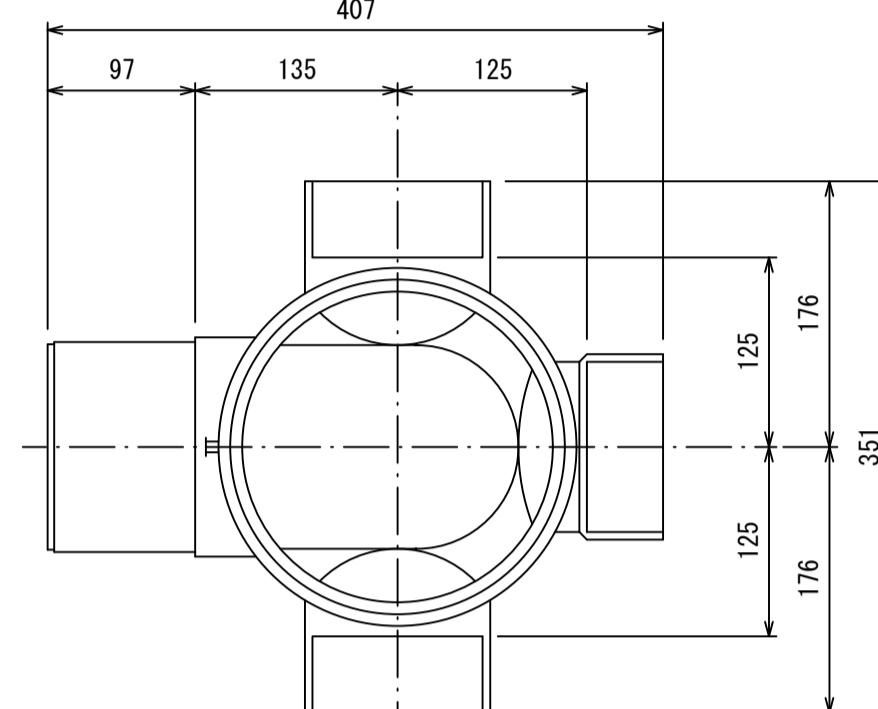


市章入り

断面図

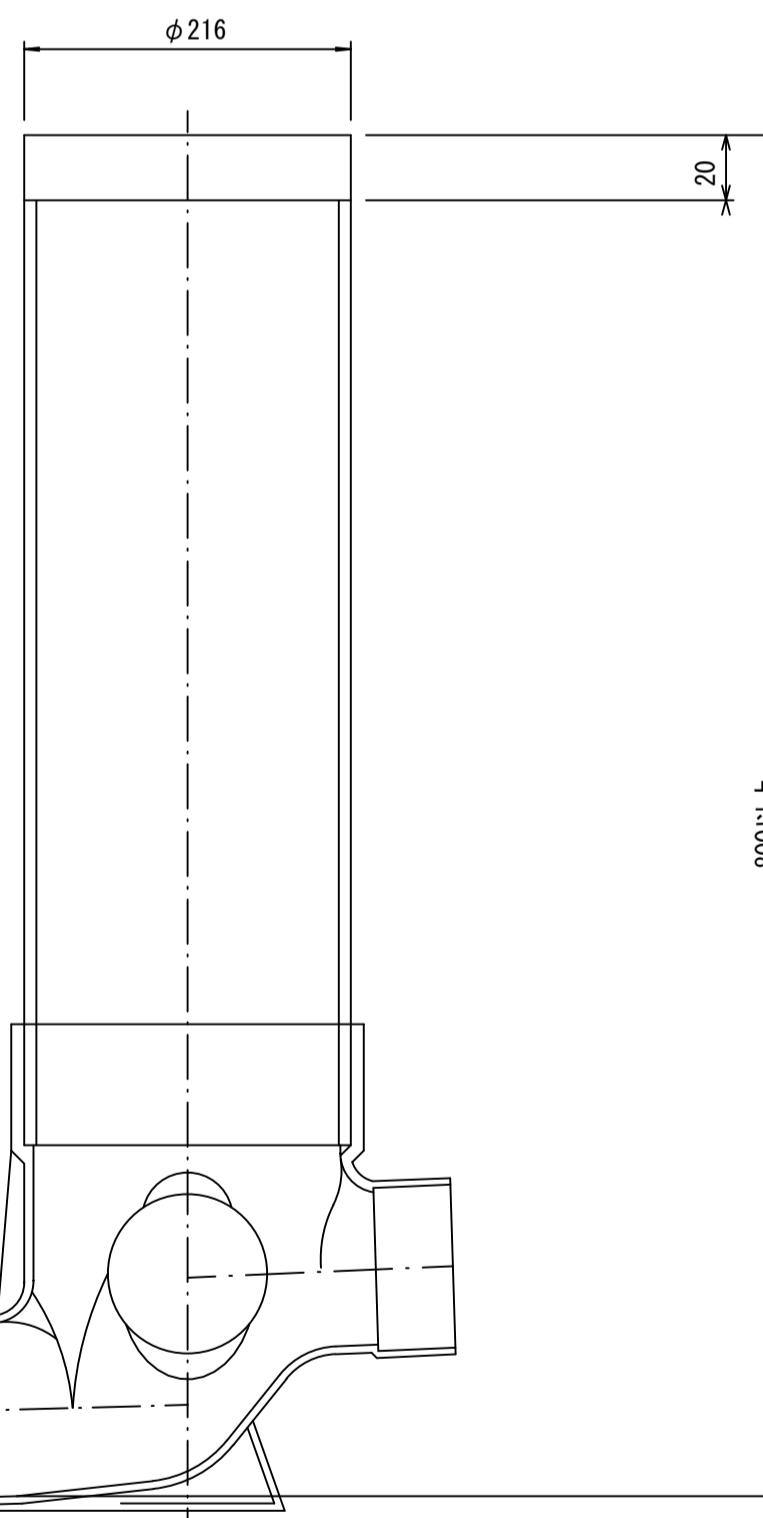

Bタイプ

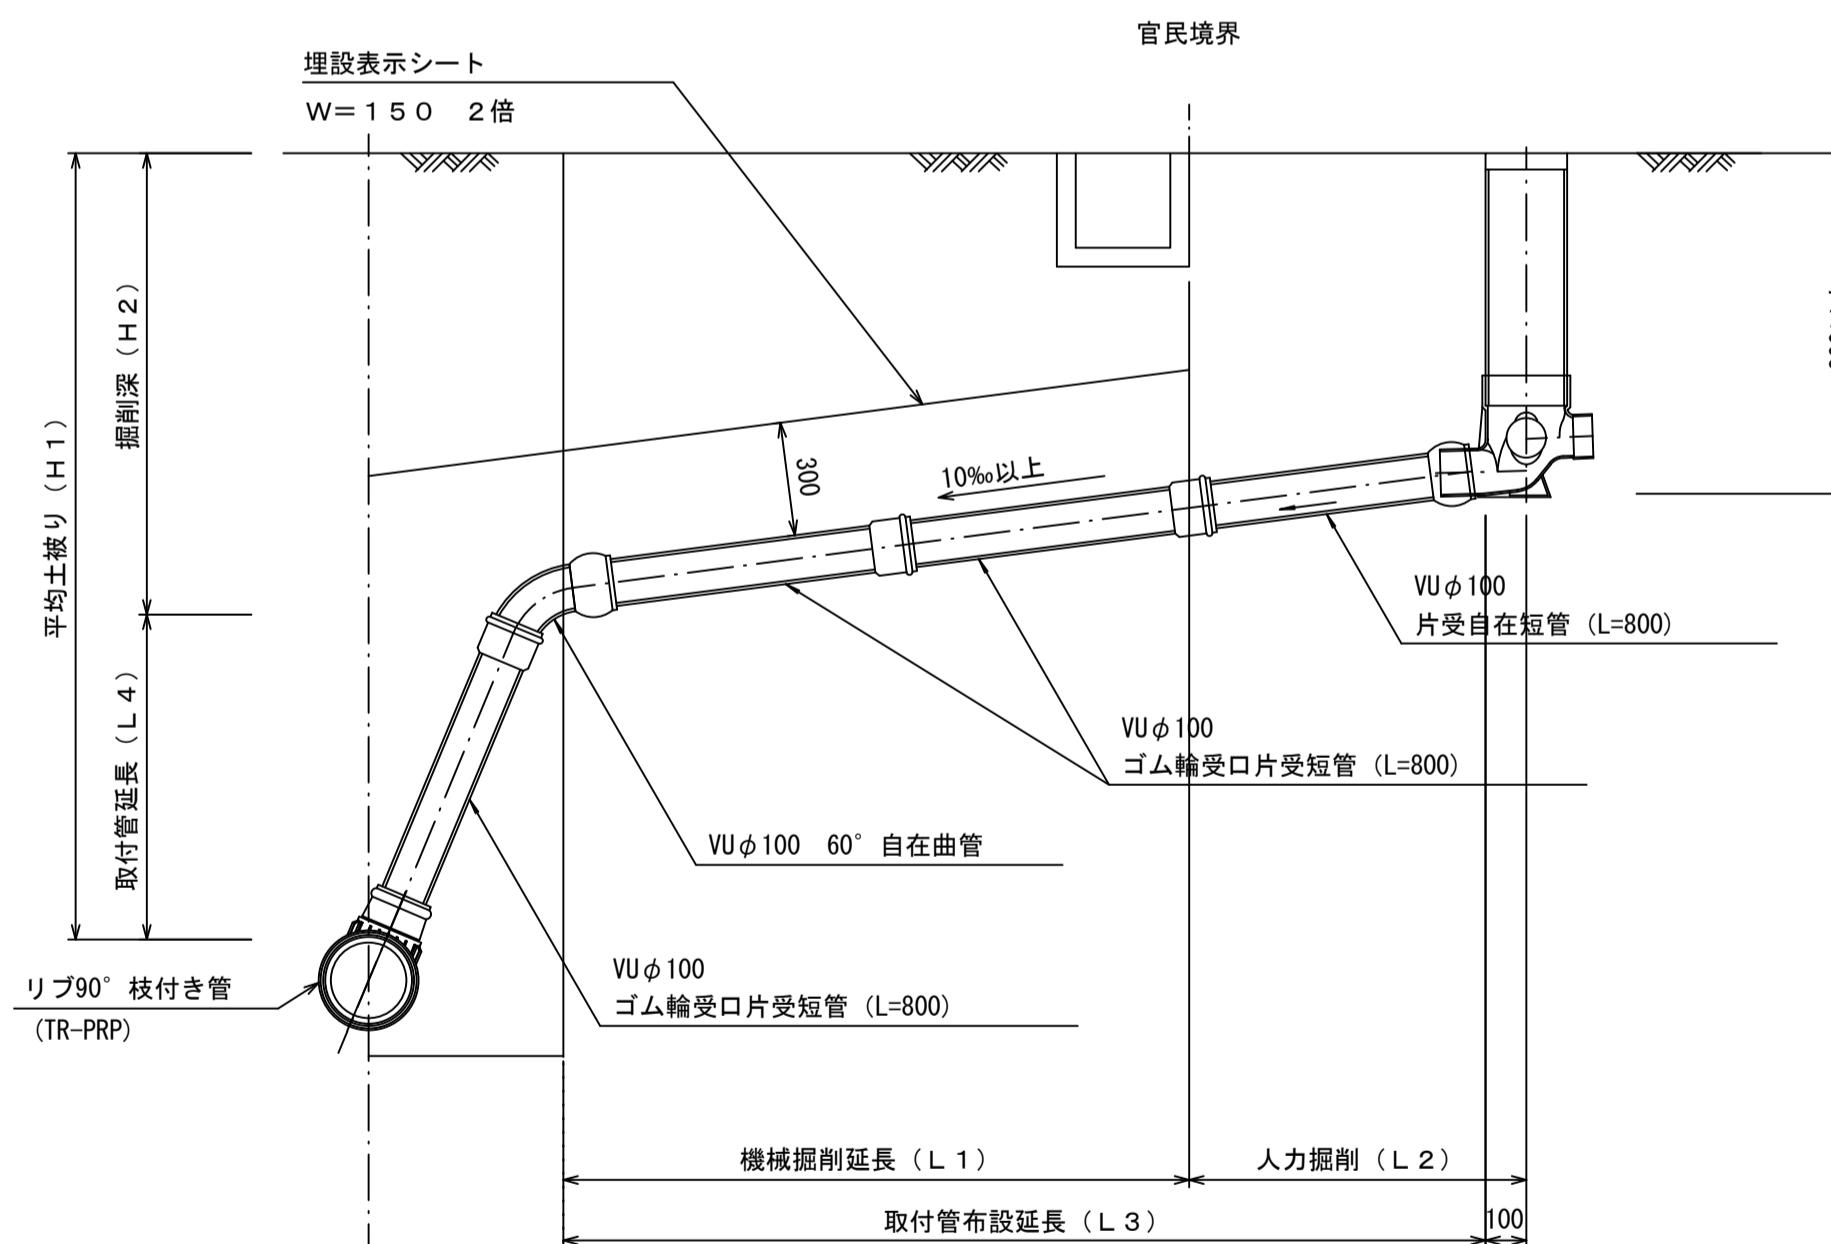

参考

※この図面はA1サイズを原寸とする。

工事名	平成30年度 下建公補第22号 曽根南処理分区公共下水道工事	
施工箇所名	津市 安濃町曾根 地内	
図面名	取付管布設標準図 (リブ本管)	
縮尺	図示 図面番号 9/9	
事業所名	津市下水道局 下水道建設課	