



# 平面図

S=1:300

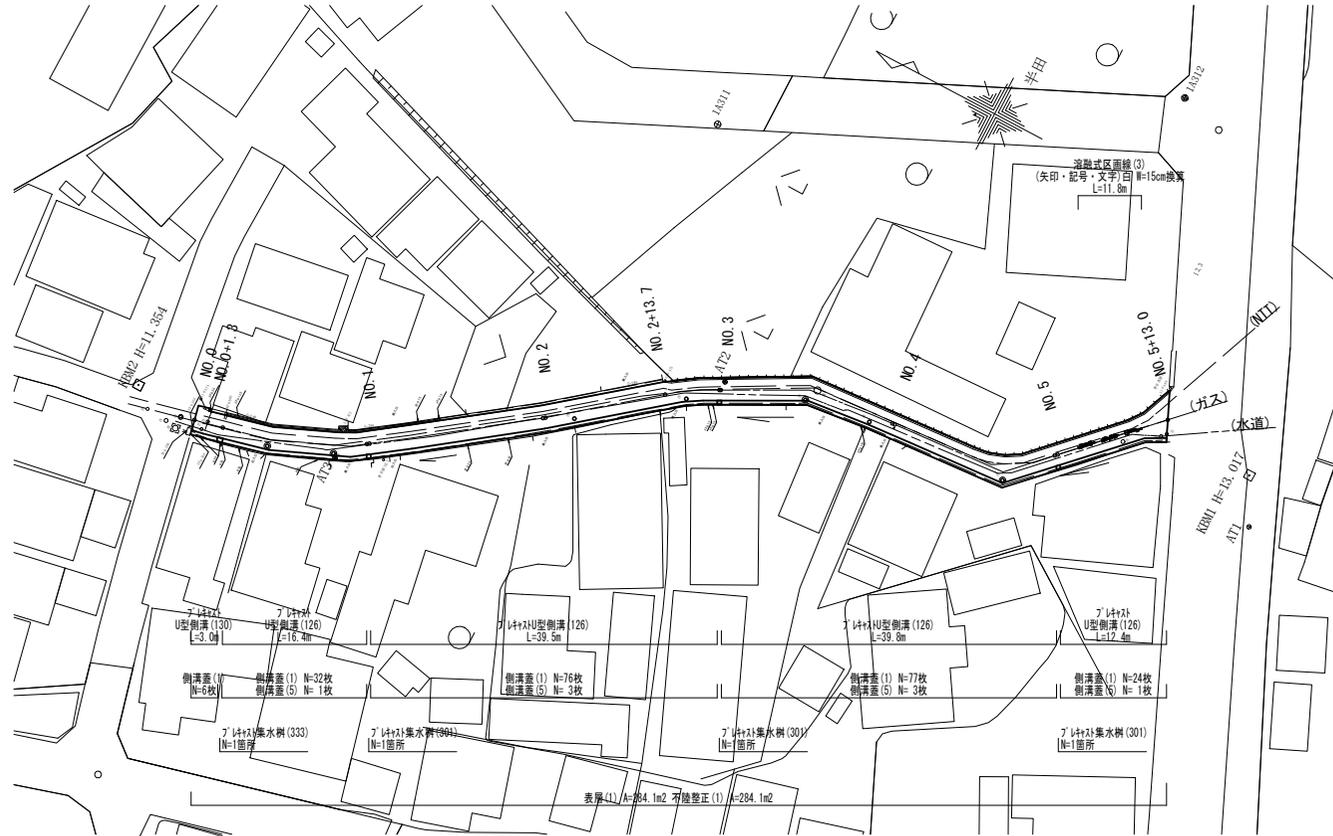

# 標準横断面図

S=1:50

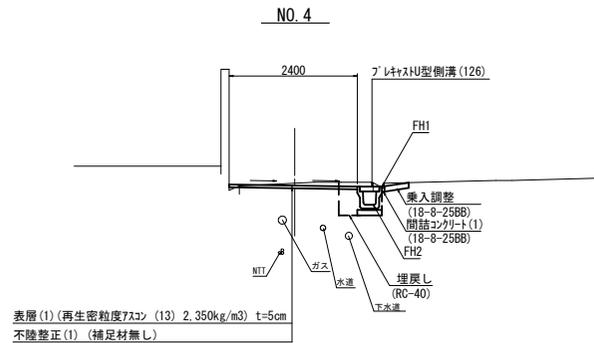

## (環境整備工事) (1号工事箇所)


この図面はA1サイズを原寸とする

工 事 名	令和元年度北道維持第5号 半田地内道路整備工事
施 工 箇 所 名	津市半田地内
図 面 の 種 類	平面図・標準横断面図
縮 尺	図 示 図面番号 1 / 11
事 業 所 名	津市建設部 津北工事事務所


※地下埋設物の位置については、工事の際に占有者と立合の上、確認すること。

# 横断面図


S = 1 : 100

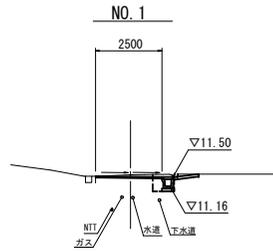

名称	単位	(左)	(右)
掘削	m2	-	0.11
床掘り	m2	-	0.37
埋戻し	m2	-	0.19
間詰コンクリート(1)	m2	-	0.01
舗装板破砕(1)	m	-	0.75
舗装板破砕(2)	m	-	2.15
20外+構造物敷土(1)	m2	-	0.01
表層(1)	m	-	2.50
不陸整正(1)	m	-	2.50
路盤	m	-	-

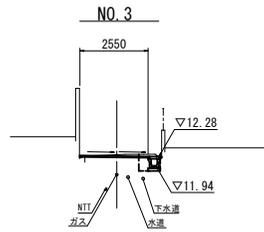

名称	単位	(左)	(右)
掘削	m2	-	0.08
床掘り	m2	-	0.46
埋戻し	m2	-	0.19
間詰コンクリート(1)	m2	-	0.01
舗装板破砕(1)	m	-	0.70
舗装板破砕(2)	m	-	2.00
20外+構造物敷土(1)	m2	-	0.02
表層(1)	m	-	2.55
不陸整正(1)	m	-	2.55
路盤	m	-	-

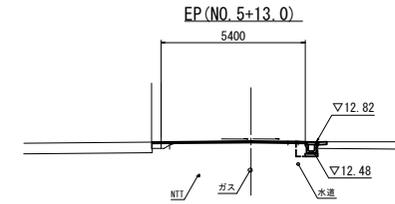


名称	単位	(左)	(右)
掘削	m2	-	0.01
床掘り	m2	-	0.41
埋戻し	m2	-	0.19
間詰コンクリート(1)	m2	-	0.04
舗装板破砕(1)	m	-	0.75
舗装板破砕(2)	m	-	4.75
20外+構造物敷土(1)	m2	-	0.05
表層(1)	m	-	5.40
不陸整正(1)	m	-	5.40
路盤	m	-	-


DL=5.000

DL=5.000


DL=5.000

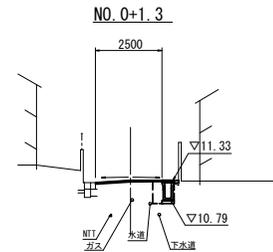

名称	単位	(左)	(右)
掘削	m2	-	0.36
床掘り	m2	-	0.19
埋戻し	m2	-	0.02
間詰コンクリート(1)	m2	-	0.85
舗装板破砕(1)	m	-	2.15
舗装板破砕(2)	m	-	0.01
20外+構造物敷土(1)	m2	-	0.01
表層(1)	m	-	2.50
不陸整正(1)	m	-	2.50
路盤	m	-	-

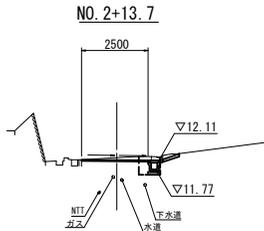

名称	単位	(左)	(右)
掘削	m2	-	0.11
床掘り	m2	-	0.48
埋戻し	m2	-	0.19
間詰コンクリート(1)	m2	-	0.01
舗装板破砕(1)	m	-	0.45
舗装板破砕(2)	m	-	2.15
20外+構造物敷土(1)	m2	-	0.13
表層(1)	m	-	2.50
不陸整正(1)	m	-	2.50
路盤	m	-	-

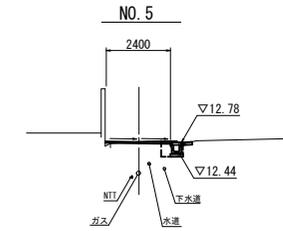

名称	単位	(左)	(右)
掘削	m2	-	0.03
床掘り	m2	-	0.20
埋戻し	m2	-	0.19
間詰コンクリート(1)	m2	-	0.04
舗装板破砕(1)	m	-	0.70
舗装板破砕(2)	m	-	1.90
20外+構造物敷土(1)	m2	-	0.05
表層(1)	m	-	2.40
不陸整正(1)	m	-	2.40
路盤	m	-	-

~NO. 5+10.2


~NO. 5+10.2

~NO. 5+10.2

DL=5.000

DL=5.000

DL=5.000

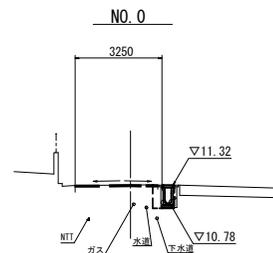


名称	単位	(左)	(右)
掘削	m2	-	0.40
床掘り	m2	-	0.18
埋戻し	m2	-	0.01
間詰コンクリート(1)	m2	-	0.80
舗装板破砕(1)	m	-	2.00
舗装板破砕(2)	m	-	2.90
20外+構造物敷土(1)	m2	-	0.01
表層(1)	m	-	3.25
不陸整正(1)	m	-	3.25
路盤	m	-	-


~NO. 0+1.3

~NO. 0+1.3

~NO. 0+1.3

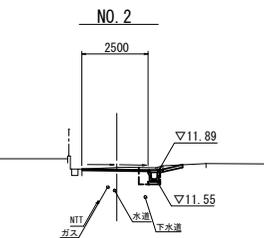

名称	単位	(左)	(右)
掘削	m2	-	0.09
床掘り	m2	-	0.41
埋戻し	m2	-	0.19
間詰コンクリート(1)	m2	-	0.01
舗装板破砕(1)	m	-	0.70
舗装板破砕(2)	m	-	2.15
20外+構造物敷土(1)	m2	-	0.07
表層(1)	m	-	2.50
不陸整正(1)	m	-	2.50
路盤	m	-	-

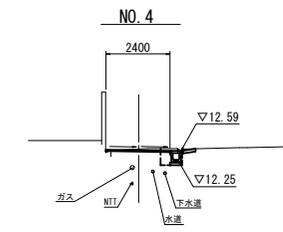

名称	単位	(左)	(右)
掘削	m2	-	0.07
床掘り	m2	-	0.46
埋戻し	m2	-	0.19
間詰コンクリート(1)	m2	-	0.01
舗装板破砕(1)	m	-	0.65
舗装板破砕(2)	m	-	1.90
20外+構造物敷土(1)	m2	-	0.09
表層(1)	m	-	2.40
不陸整正(1)	m	-	2.40
路盤	m	-	-

DL=5.000

DL=5.000

DL=5.000

## (環境整備工事) (1号工事箇所)

この図面はA1サイズを原寸とする


工事名	令和元年度北道維環第5号 半田地内道路整備工事
施工箇所名	津市半田地内
図面の種類	横断面図
縮尺	図示 図面番号 2 / 11
事業所名	津市建設部 津北工事事務所

※地下埋設管位置については、工事の際に占有者と立合の上、確認すること。

# 工 法 図

S = 1 : 10


## ﾌﾞﾚｯｸｽﾄﾙｳ型側溝 (126) (130)

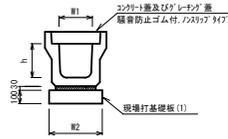

名 称	規 格	単 位	数 量		備 考
			(126)	(130)	
ﾌﾞﾚｯｸｽﾄﾙｳ型側溝	3種	名称	250A	250E	特約認定製品
		価	5.00	5.00	
現場打基礎板 (1)		枚	5.00	5.00	
基礎整正		m2	4.00	4.00	
ｼﾝｸﾞﾙｰｼﾞｪﾝｸﾞ		m2	-	-	
h		mm	250	450	
W1		mm	250	250	
W2		mm	400	400	


※グレーティング量については、10mに1枚布設すること。

## 現場打基礎板 (1)

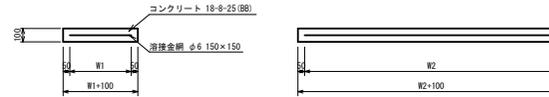


名 称	規 格	単 位	数 量		備 考
			(1)		
現場打基礎板		枚	10.00		
ｺﾝｸﾘｰﾄ	18-8-25 (B8)	m3	0.80		
閉上型枠		m2	3.00		
養生紙	ｸﾞﾗﾌﾄ紙	m2	8.00		
溶接金網	φ6.150×150	m2	5.70		
W1		mm	300		
W2		mm	1900		

## ﾌﾞﾚｯｸｽﾄﾙｳ集水側 (301)

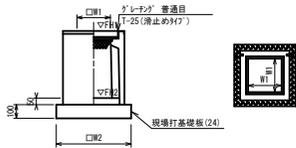

名 称	規 格	単 位	数 量		備 考
			(301)		
ﾌﾞﾚｯｸｽﾄﾙｳ集水側		個	10.00		PU樹脂等品以上
ｼﾝｸﾞﾙｰｼﾞｪﾝｸﾞ	18-8-25 (B8)	m3	0.03		t=50
現場打基礎板 (24)		枚	10.00		
基礎整正		m2	3.14		
ﾀｲﾌﾟ			250 (A)		
蓋ﾀｲﾌﾟ (Gr)			15 9 8 1		
W1		mm	250		
W2		mm	560		

## 現場打基礎板 (24) (25)

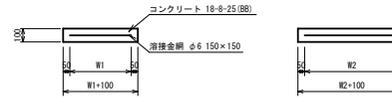


名 称	規 格	単 位	数 量		備 考
			(24)	(25)	
現場打基礎板		枚	10.00	10.00	
ｺﾝｸﾘｰﾄ	18-8-25 (B8)	m3	0.31	0.45	
閉上型枠		m2	1.51	1.01	
養生紙	ｸﾞﾗﾌﾄ紙	m2	3.14	4.54	
溶接金網	φ6.150×150	m2	2.12	3.27	
W1		mm	460	460	
W2		mm	460	710	

※グレーティングについて、車道に使用する場合は110° 開閉式、歩道に使用する場合には開閉式を用いること。

ﾌﾞﾚｯｸｽﾄﾙｳ集水側基準高さ一覧表			
測 点	天端高さ ▽ FH1	側溝高さ ▽ FH2	備 考
NO. 0+19.70	FH1 = 11.49	FH2 = 10.99	(301)
NO. 2+19.80	FH1 = 12.27	FH2 = 11.77	(301)
NO. 4+19.60	FH1 = 12.77	FH2 = 12.27	(301)

## ﾌﾞﾚｯｸｽﾄﾙｳ集水側 (333)

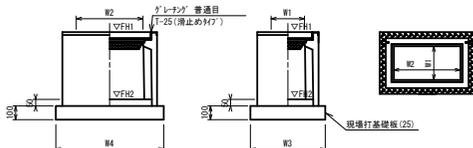


名 称	規 格	単 位	数 量		備 考
			(333)		
ﾌﾞﾚｯｸｽﾄﾙｳ集水側		個	10.00		PU樹脂等品以上
ｼﾝｸﾞﾙｰｼﾞｪﾝｸﾞ	18-8-25 (B8)	m3	0.06		t=50
現場打基礎板 (25)		枚	10.00		
基礎整正		m2	4.54		
ﾀｲﾌﾟ			150×500		
蓋ﾀｲﾌﾟ (Gr)			15 9 8 1		
W3		mm	250		
W4		mm	560		
W1		mm	250		
W2		mm	560		

ﾌﾞﾚｯｸｽﾄﾙｳ集水側基準高さ一覧表			
測 点	天端高さ ▽ FH1	側溝高さ ▽ FH2	備 考
NO. 0+ 3.30	FH1 = 11.35	FH2 = 10.60	(333)

※グレーティングについて、車道に使用する場合は110° 開閉式、歩道に使用する場合には開閉式を用いること。

## 舗装構成図

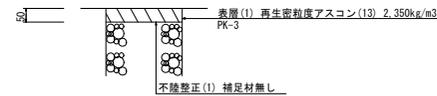


## (環境整備工事) (1号工事箇所)


この図面はA1サイズを原寸とする

工 事 名	令和元年度北道補環第5号 半田内道路整備工事		
施 工 箇 所 名	津市半田内		
図 面 の 種 類	工法図		
縮 尺	図 示	図面番号	3 / 11
事 業 所 名	津市建設部 津北工事事務所		

平面図  
S=1:200

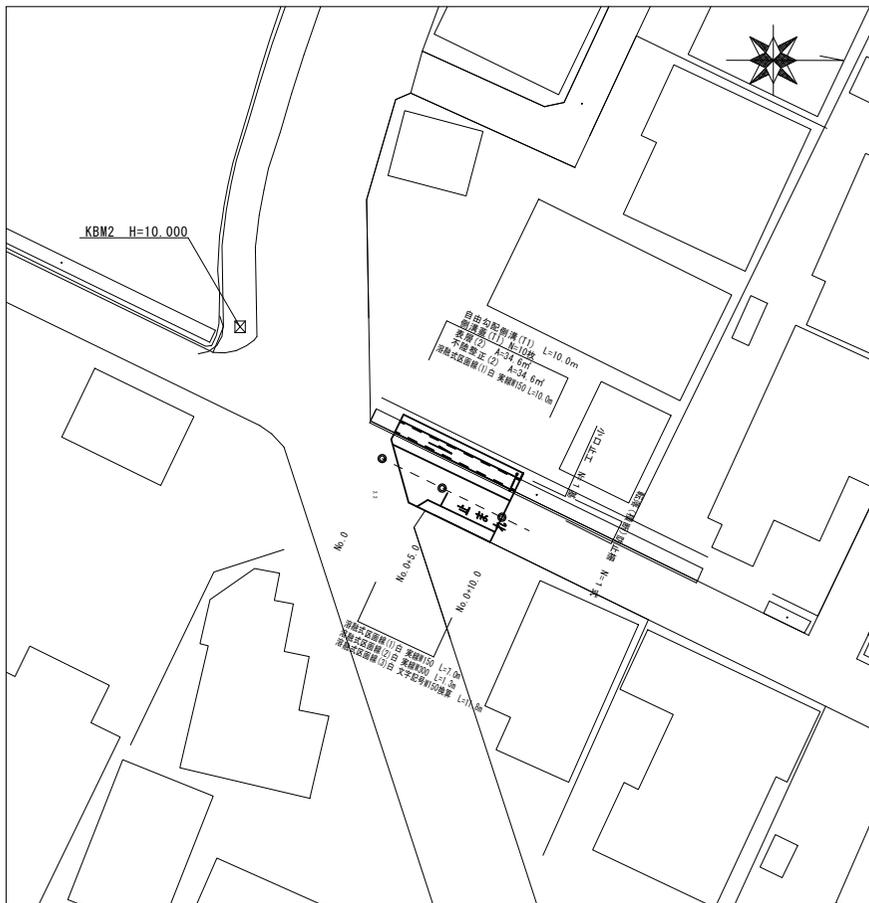

標準横断面図  
S=1:50

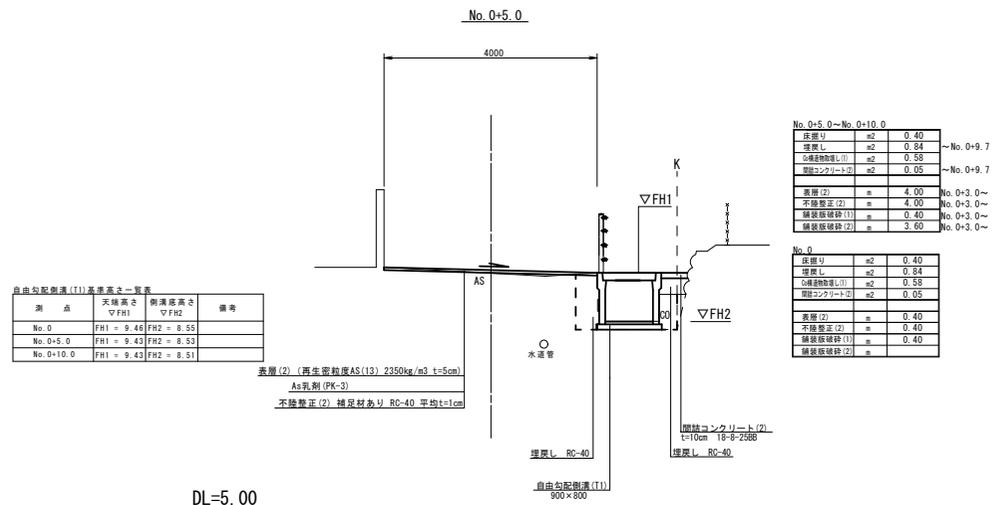

自由勾配排水(1)基準高一覧表

測点	天端高さ ▽FH1	基準高合 ▽FR2	備考
No. 0	FH1 = 9.46	FR2 = 8.55	
No. 0+5.0	FH1 = 9.43	FR2 = 8.53	
No. 0+10.0	FH1 = 9.43	FR2 = 8.51	

表層(2) (再生密度度AS(13) 2350kg/m<sup>3</sup> t=5cm)  
As乳剤(PK-3)  
不陸整正(2) 舗装材あり RC-40 平均t=1cm

No. 0+5.0~No. 0+10.0		
庄屋リ	m <sup>2</sup>	0.40
埋戻し	m <sup>2</sup>	0.84
不陸整正(1)	m <sup>2</sup>	0.58
埋戻し(2)	m <sup>2</sup>	0.05
表層(2)	m	4.00
不陸整正(2)	m	4.00
舗装材あり(1)	m	0.40
舗装材あり(2)	m	3.60

No. 0		
庄屋リ	m <sup>2</sup>	0.40
埋戻し	m <sup>2</sup>	0.84
不陸整正(1)	m <sup>2</sup>	0.58
埋戻し(2)	m <sup>2</sup>	0.05
表層(2)	m	0.40
不陸整正(2)	m	0.40
舗装材あり(1)	m	0.40
舗装材あり(2)	m	0.40


(道路維持工事)  
(2号工事箇所)

この図面はA1サイズを原寸とする

工事名	令和元年度 北道維持第5号 半田地内道路整備工事
施工箇所名	津市半田地内
図面の種類	平面図・標準横断面図
縮尺	図示 図面番号 4 / 11
事業所名	津市建設部 津北工務事務所


# 工 法 図

自由勾配側溝 (T1)  
S=1:20

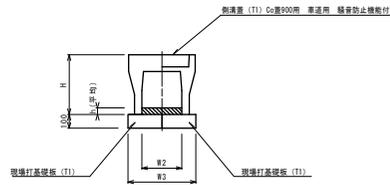


名称	規格	単位	数量	備考
自由勾配側溝 (T1)	標準 900×800	個	5.00	
コンクリート	18-B-25(8B)	m <sup>3</sup>	0.93	
現場打基礎板 (T1)		枚	10.00	
基準高さ	#2		13.00	
H	mm		1020	
h	mm		103	
#2	mm		900	
#3	mm		1300	

現場打基礎板 (T1)  
S=1:20

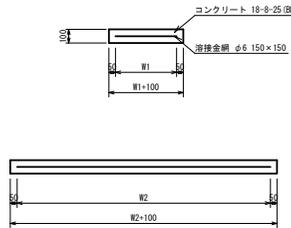


名称	規格	単位	数量	備考
コンクリート	18-B-25 (8B)	m <sup>3</sup>	1.30	
型枠		m <sup>2</sup>	3.38	
露骨紙	95×110	m <sup>2</sup>	13.00	
溶接金網	D6 100×100	m <sup>2</sup>	10.45	
#1	#		0.55	
#2	#		1.90	
参考重量	1枚当り	kg	306	

自由勾配側溝展開図  
S=1:100

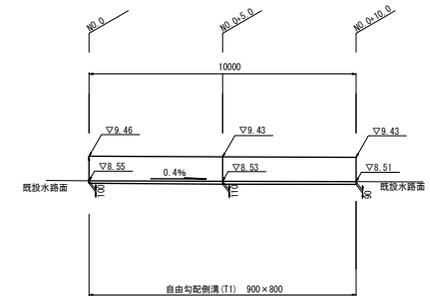


転落防止柵  
S=1:20

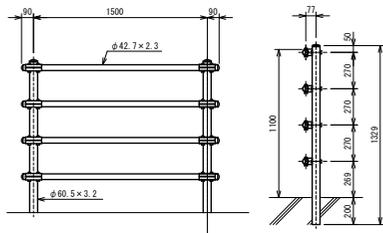


名称	規格	単位	数量	備考
転落防止柵	m		1.50	1種付
コンクリート削孔工	孔		2.00	10mmφ2-40mmφ

小口止工  
S=1:10

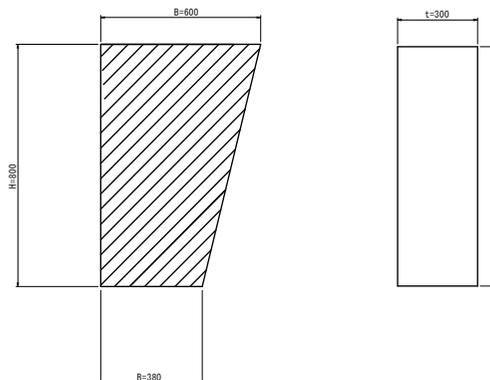

名称	規格	単位	数量	備考
コンクリート	18-B-40(8B)	m <sup>3</sup>	0.12	
型枠		m <sup>2</sup>	0.18	

舗装工断面図  
S=1:10

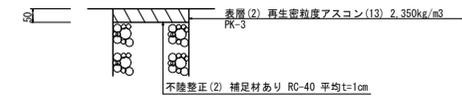

(道路維持工事)  
(2号工事箇所)


この図面はA1サイズを原寸とする

工 事 名	令和元年度 北道環第5号 半田地内道路整備工事		
施 工 箇 所 名	津市半田地内		
図 面 の 種 類	工法図		
縮 尺	図 示	図面番号	5 / 11
事 業 所 名	津市建設部 津北工事事務所		

# 平面図

S=1:200

(A路線)

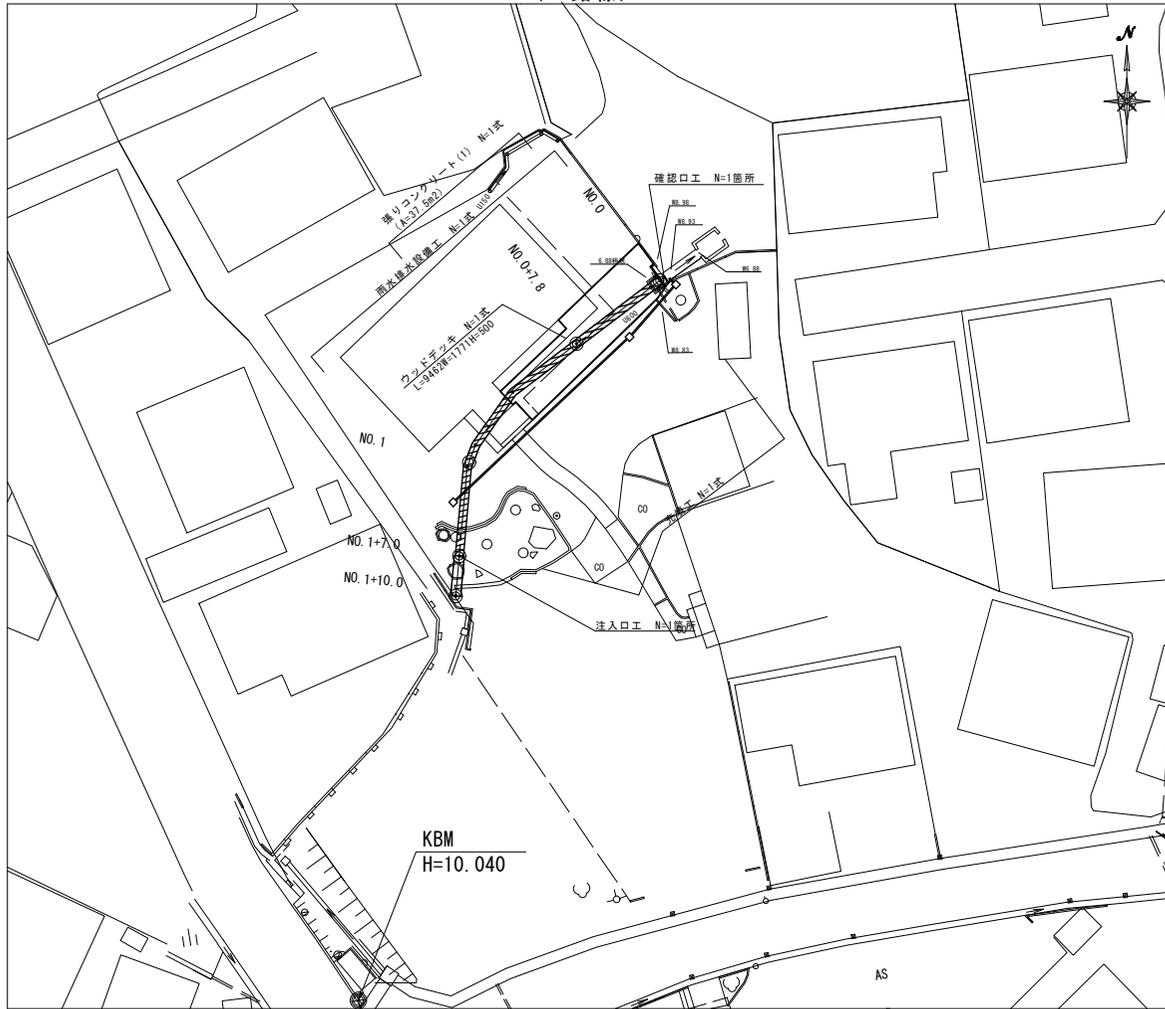

# 横断面図


S=1:100

NO. 1+7.0

GN=9.65

NO. 1+7.0~NO. 1+10.0

床 掘り	土砂	m <sup>2</sup>	2.90
埋 戻し	RC-40	m <sup>2</sup>	3.40
10ヶ+根拠物撤去し(2)	敷筋(2)	m <sup>2</sup>	0.22
充 填 工		m <sup>2</sup>	-
張りコンクリート(1)		m	-
不陸整正(4)		m	-
張りコンクリート(1)		m	-

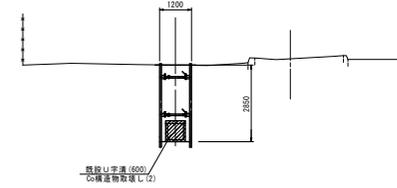


DL=5.00

NO. 0+7.8

GN=9.78

NO. 0+7.8~NO. 1+7.0

床 掘り	土砂	m <sup>2</sup>	-
埋 戻し	RC-40	m <sup>2</sup>	-
10ヶ+根拠物撤去し(2)	敷筋(2)	m <sup>2</sup>	別表計上
充 填 工		m <sup>2</sup>	0.36
不陸整正(4)		m	別表計上
張りコンクリート(1)		m	別表計上

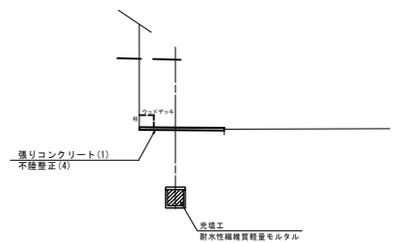


DL=5.00

# 標準横断面図

S=1:50

NO. 0+7.8付近

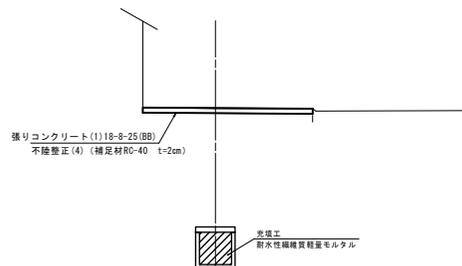

(道路維持工事)  
(3号工事箇所) (A路線)  
この図面はA1サイズを原寸とする


工 事 名	令和元年度 北道維持第5号 半田地内道路整備工事		
施 工 箇 所 名	津市半田地内		
図 面 の 種 類	平面図・標準横断面図・横断面図		
縮 尺	図 示	図面番号	6 / 11
事 業 所 名	津市建設部 津北工事事務所		

# 工 法 図

(A 路線)

## 閉 塞 工

S=1:50

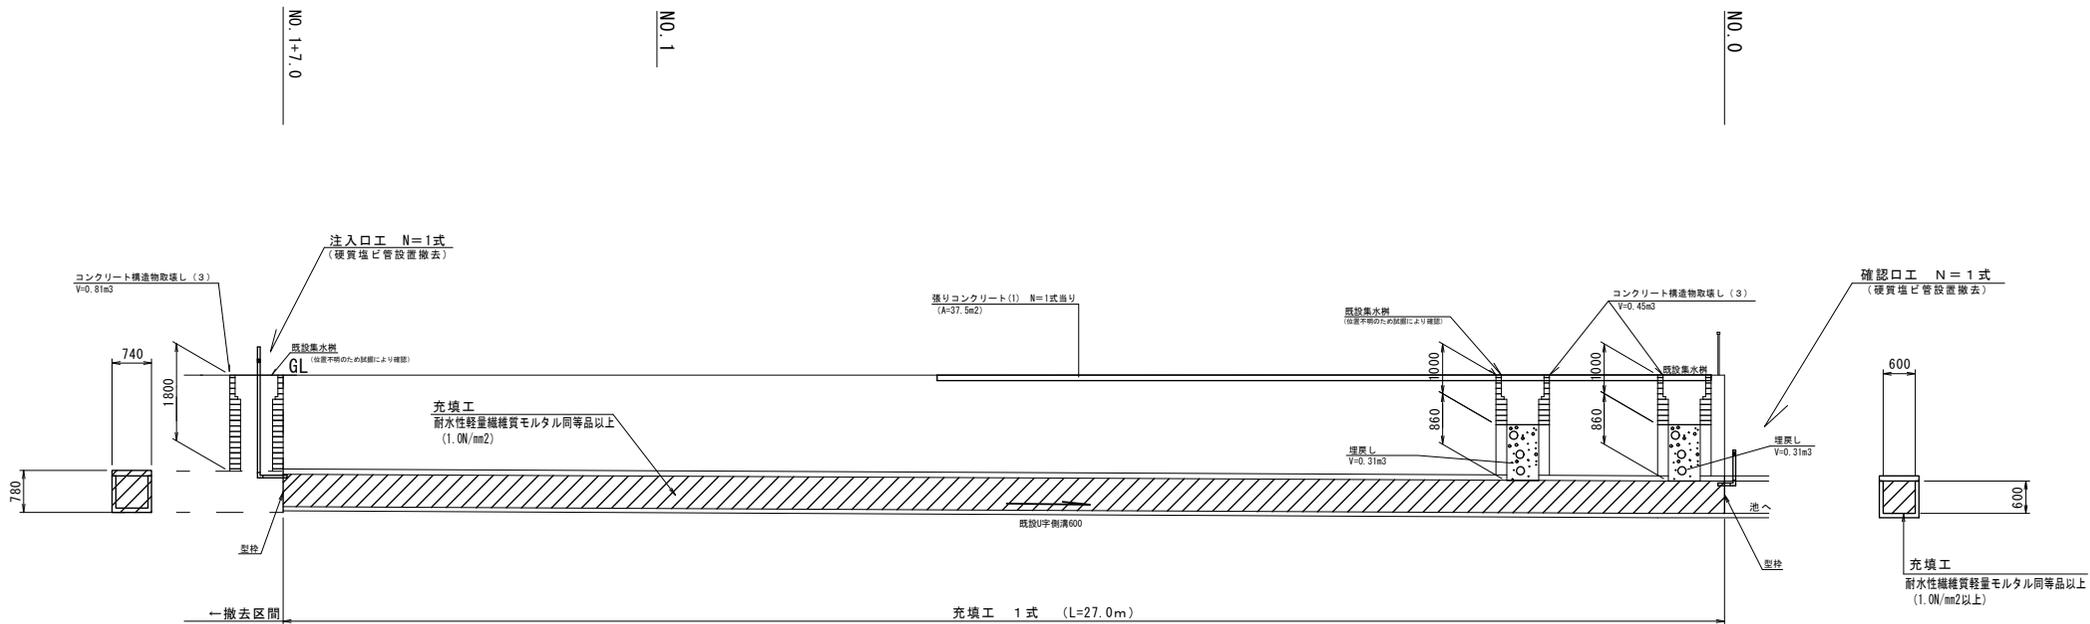

注入工

名称	規格	単位	数量	1式当り	摘要
硬質塩ビ管	VUφ50	本	1.0	L=2.3+0.2+2.50	
硬質塩ビ継手	DVφ50 90エルボ	個	1.0		
硬質塩ビ管設置工	φ50	m	2.6	L=2.3+0.2+0.06+2.54	
ボンプ	φ50	個	1.0		
埋戻し	m3		0.81		横断面図に含む
コンクリート構造物取壊し	m3		0.81		
コンクリート取壊し	m3		0.81		


閉塞工

名称	規格	単位	数量	1.0式当り	摘要
充填工	耐水性軽量繊維質モルタル	式	1.00	1.00m <sup>2</sup> ×27.0m×1.0N/mm <sup>2</sup>	
注入工		式	1.00		
確認工		式	1.00		

確認工

名称	規格	単位	数量	1式当り	摘要
硬質塩ビ管	VUφ50	本	1.0	L=0.2+1.4+1.60	
硬質塩ビ継手	DVφ50 90エルボ	個	1.0		
硬質塩ビ管設置工	φ50	m	1.7	L=0.2+1.4+0.06+1.64	
ボンプ	φ50	個	1.0		
埋戻し	m3		0.62	V=0.31×2箇所=0.62m <sup>3</sup>	
コンクリート構造物取壊し	m3		0.90	V=0.45×2箇所=0.90m <sup>3</sup>	
コンクリート取壊し	m3		0.90	V=0.45×2箇所=0.90m <sup>3</sup>	

### 張りコンクリート(1)

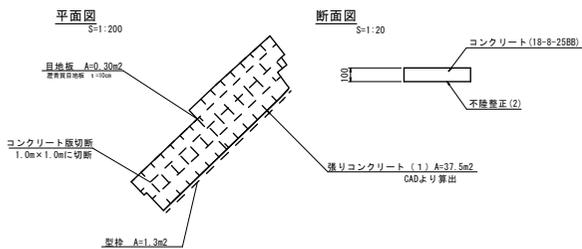

張りコンクリート(1)

名称	規格	単位	数量	1式当り	摘要
コンクリート	18-8-25B8 t=10cm	m3	3.8		
型枠	標準型枠板	m2	1.3		
目地板	標準目地板	m2	0.3		
不換整正(4)	規格板40 厚10cm	m2	37.5		
コンクリート取壊し	m3		3.8		
コンクリート取壊し	m3		3.8		
コンクリート取壊し	m		83.8		

コンクリート版を1.0m×1.0mに切断し慎重に搬去すること。

### 耐水性軽量繊維質モルタル仕様

配合 セメント：高炉セメントB種  
 繊維質骨材：セルクリート同等品以上  
 起泡剤：タフフォームT同等品以上  
 水：水道水およびPH=5.8以上

配合強度 圧縮強度(材令28日) 1.0N/mm<sup>2</sup>

品質管理 フロー試験：頻度1回/日 規格値180mm±20mm  
 含水率測定試験：頻度1回/日 規格値1.07g/cm<sup>3</sup>—0.07~+0.10g/cm<sup>3</sup>(標準空気量30%)  
 一軸圧縮強度試験：頻度1回/日 圧縮強度(材令28日) 1.0N/mm<sup>2</sup>以上

1 m3当り				
W/C (%)	セメント (Kg)	セルクリート同等品以上 (kg)	起泡剤 (Kg)	材料 (kg)
87.4	450	225	393.5	1.75


### (道路維持工事)

(3号工事箇所) (A路線)  
 この図面はA1サイズを原寸とする

工事名	令和元年度 北道維持第5号
施工箇所名	半田市内道路整備工事
図面の種類	工法図
縮尺	図示 図面番号 7 / 11
事業所名	津市建設部 津北工事業務所


# 雨水排水設備工図

平面図  
S=1:200  
(A路線)

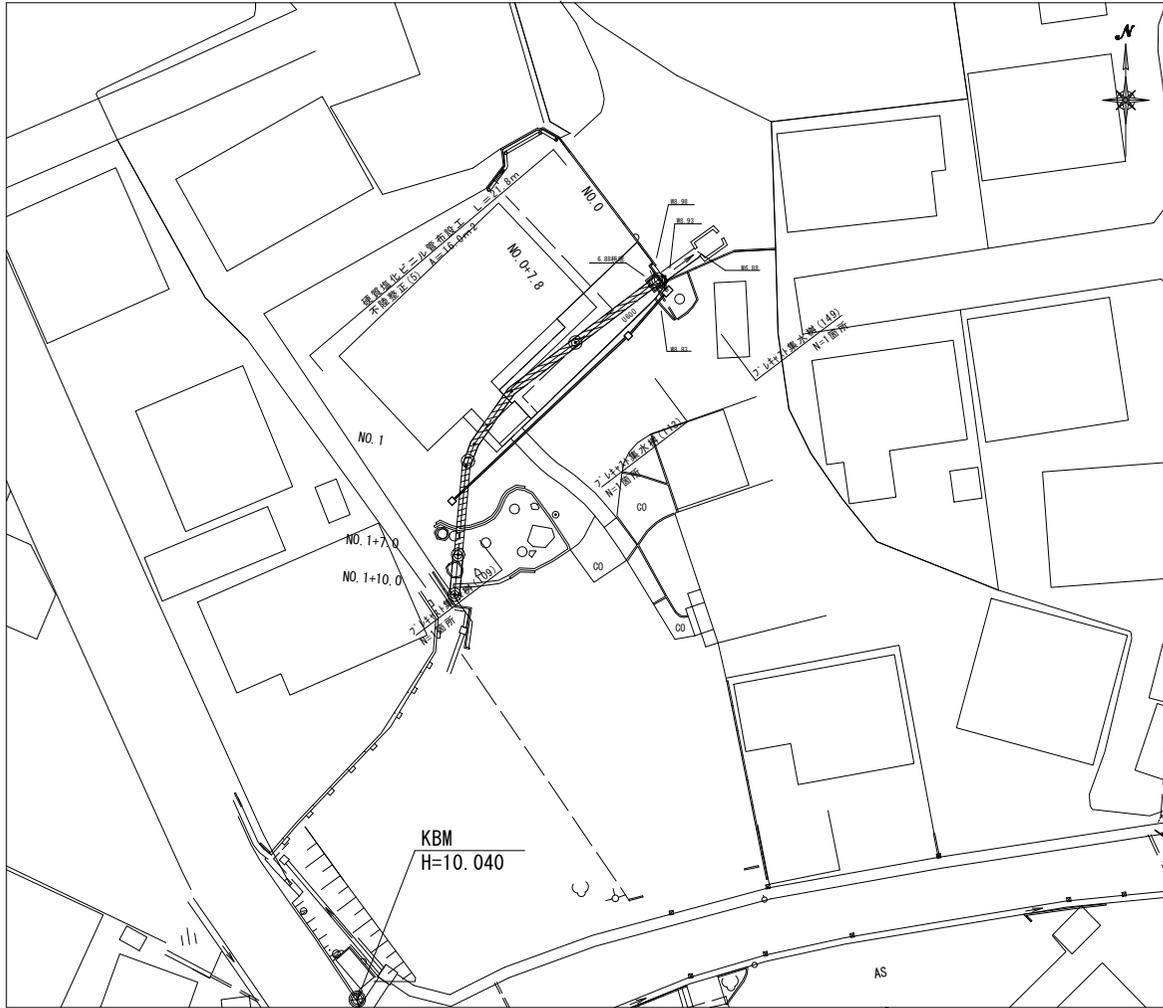

工法図  
S=1:10


プレキャスト集水樹 (109) (113)

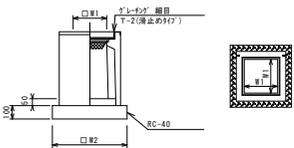

※「グレータ」について、歩道に使用する場合には開閉式を用いること。

名称	規格	単位	数量	備考
プレキャスト集水樹	(109) (113)	個	10.00	10箇所出目
φ100→120パイプ	18-8-25(8B)	m3	0.03	別明等品以上
基礎材	RC-40	m2	3.14	t=50
均しコンクリート	18-8-40(8B)	m3	-	-
閉上型枠	m2	-	-	-
基準層正	250C	250E	3.14	3.14
蓋タイプ (Gr)	1-2 組	1-2 組	1-2 組	1-2 組
W1	mm	250	250	
W2	mm	560	560	


プレキャスト集水樹 (149)

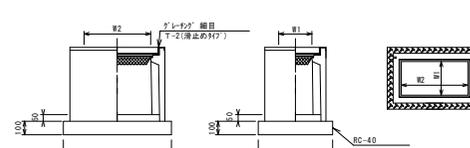

※「グレータ」について、歩道に使用する場合には開閉式を用いること。

名称	規格	単位	数量	備考
プレキャスト集水樹	(149)	個	10.00	別明等品以上
φ100→120パイプ	18-8-25(8B)	m3	0.06	t=50
基礎材	RC-40	m2	4.54	
均しコンクリート	18-8-40(8B)	m3	-	-
閉上型枠	m2	-	-	-
基準層正	250×250E	m2	4.54	
蓋タイプ (Gr)	1-2 組	1-2 組	1-2 組	
W3	mm	560		
W4	mm	810		
W1	mm	250		
W2	mm	500		

縦断面図  
V1:100  
H:1:250

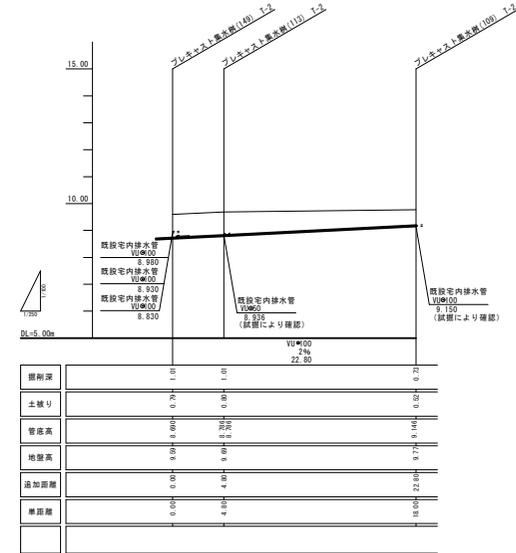

土工定規図  
S=1:20



(道路維持工事)  
(3号工事箇所) (A路線)  
この図面はA1サイズを原寸とする

工事名	令和元年度 北道維持第5号
施工箇所名	半田地内道路整備工事
図面の種類	雨水排水設備工図
縮尺	図示 図面番号 8 / 11
事業所名	津市建設部 津北工事事務所

プレキャスト集水樹基準高さ一覧表

測点	天橋高さ ▽ FH1	樹高高さ ▽ FH2	備考
NO.0付近	FH1 = 9.59	FH2 = 8.54	(149)
NO.0-5.0付近	FH1 = 9.69	FH2 = 8.64	(113)
NO.1+5.0付近	FH1 = 9.77	FH2 = 9.02	(109)


# 仮設図

(A 路線)

## 工事用道路


### 仮設平面図

S=1:200

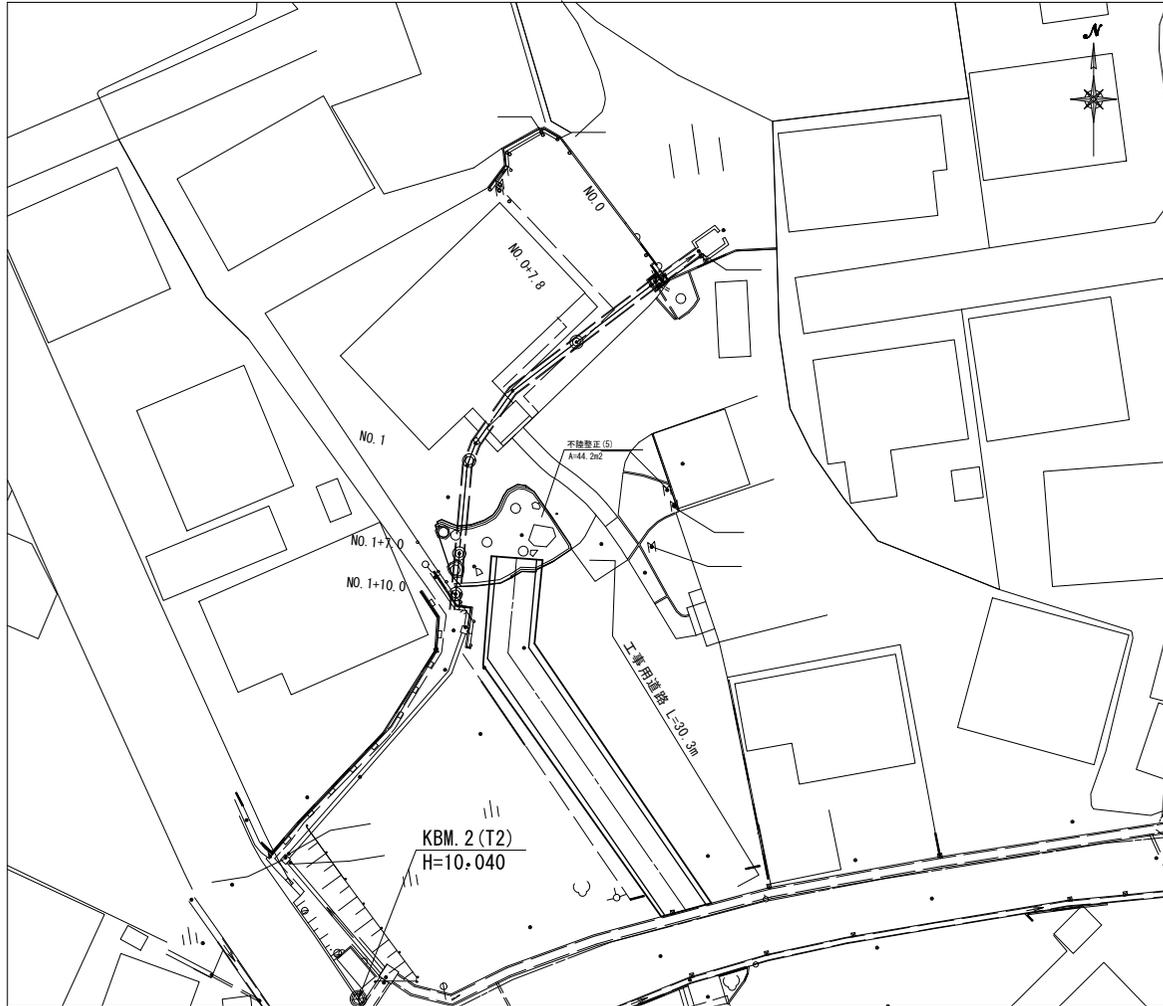

### 横断面図

S=1:100

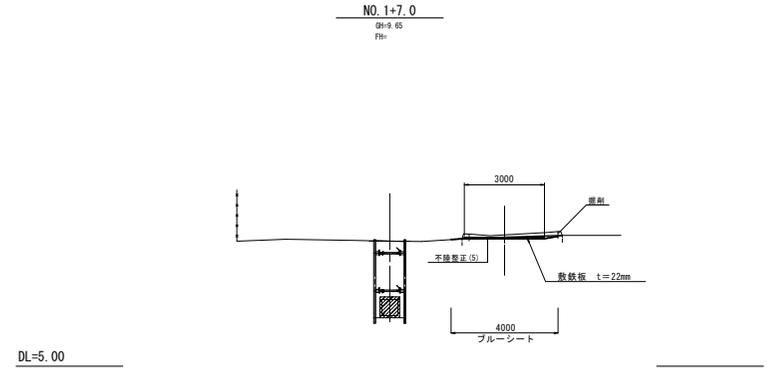

工事用道路 1.0式当り

名称	規格	単位	数量	備考
敷設板	設置機法	m <sup>2</sup>	90.9	
ブルーシート	敷設機法	m <sup>2</sup>	121.2	
掘削		m <sup>3</sup>	6.6	0.11m <sup>3</sup> 44.2×0.15=6.6
残土等処分(1)		m <sup>3</sup>	6.6	0.11m <sup>3</sup> 44.2×0.15=6.6
露石敷填し		m <sup>3</sup>	2.3	
残土等処分(1)		m <sup>3</sup>	2.3	
不陸整正(5)	割削機法(1)	t:5m	44.2	0.11m <sup>2</sup>

### 参考


(道路維持工事)  
(3号工事箇所) (A路線)  
この図面はA1サイズを原寸とする

工事名	令和元年度 北道維持第5号 半田地内道路整備工事		
施工箇所名	津市半田地内		
図面の種類	仮設図		
縮尺	図示	図面番号	9/11
事業所名	津市建設部 津北工事事務所		

# 平面図

S=1:250


(B路線)

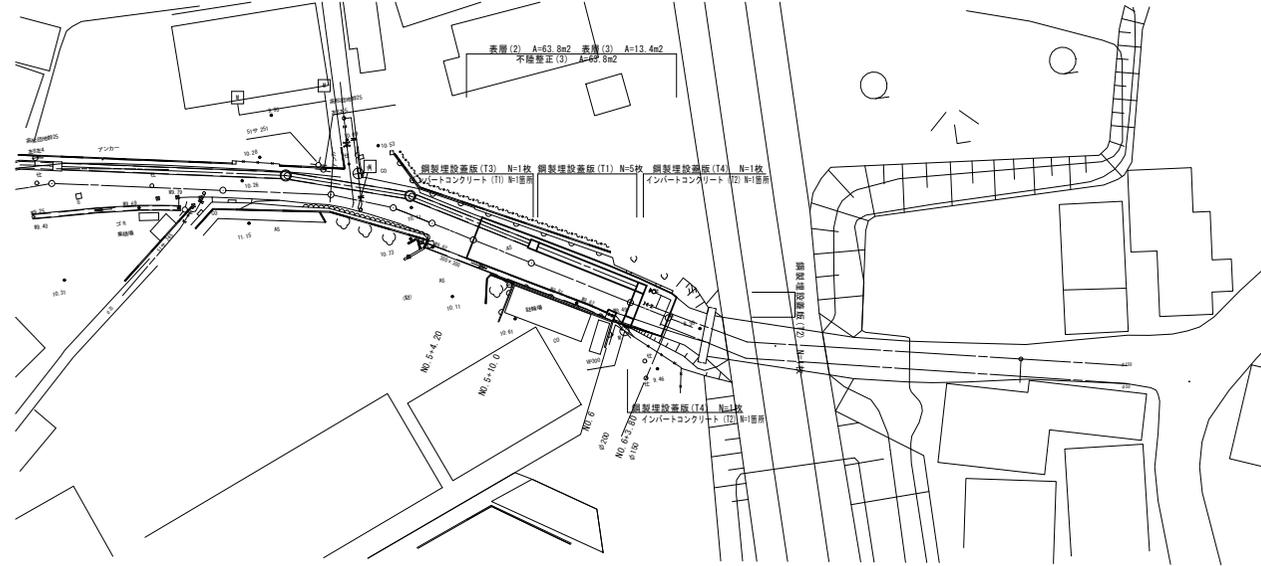

# 標準横断面図


S=1:30

NO. 5+10.00  
(既設側溝部)

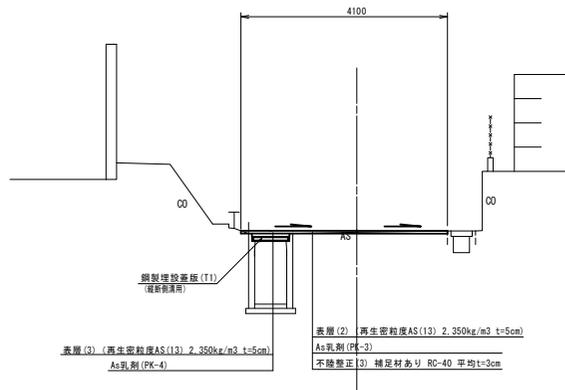

DL=5.00

NO. 6  
(既設集水樹部)

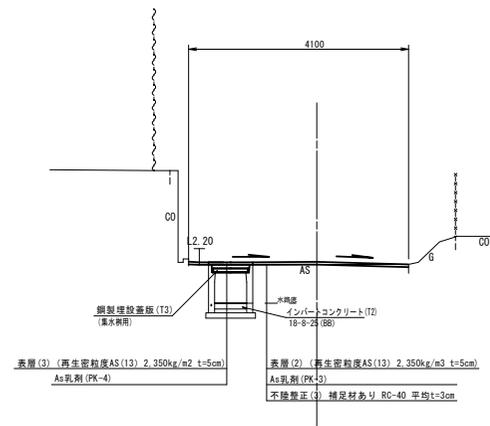

DL=5.00

表層(2)不陸整正(3)鋼製埋設蓋板(2)

測点	単位	数量
No. 5+4.2	m	4.00
No. 5+10.0	m	4.10
No. 5+19.0	m	3.80
No. 6	m	3.80
No. 6+3.8	m	3.40

間所→ 4.10

インポートコンクリート (T1) (T2) 数量表 [箇所当り]

名称	規格	単位	数量	備考
インポートコンクリート(T1)	18-8-25(B8)	m <sup>3</sup>	0.12	1/8=1.94m <sup>2</sup> ×t
インポートコンクリート(T2)	18-8-25(B8)	m <sup>3</sup>	0.04	1/8=1.14m <sup>2</sup> ×t

インポート部については、竣工時の実測値に依存する。

(道路維持工事)  
(3号工事箇所) (B路線)  
この図面はA1サイズを原寸とする


工事名	令和元年度 北道循環第5号 半田内道路整備工事
施工箇所名	津市半田内
図面の種類	平面図・標準横断面図
縮尺	図示 図面番号 10/11
事業所名	津市建設部 津北工事事務所

# 工 法 図

S=1:10

(B 路線)


鋼製埋設蓋版(T1)  
(自由勾配側溝(縦断600用))

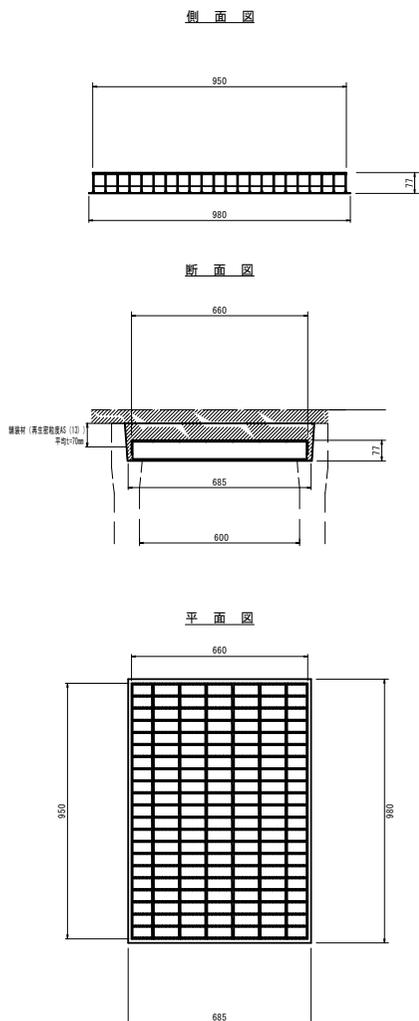

鋼製埋設蓋版(T1) 数量表 10枚 当り

名称	規格	単位	数量	備考
鋼製埋設蓋版	自由勾配側溝 縦断600用	枚	10.00	※C-110007-1 ※規格参照
舗装材	再生骨材厚AS(13) 平均厚10mm	m <sup>2</sup>	7.13	※規格参照 A4.0-B4.0(1)


鋼製埋設蓋版(T2)  
(自由勾配側溝(横断600用))

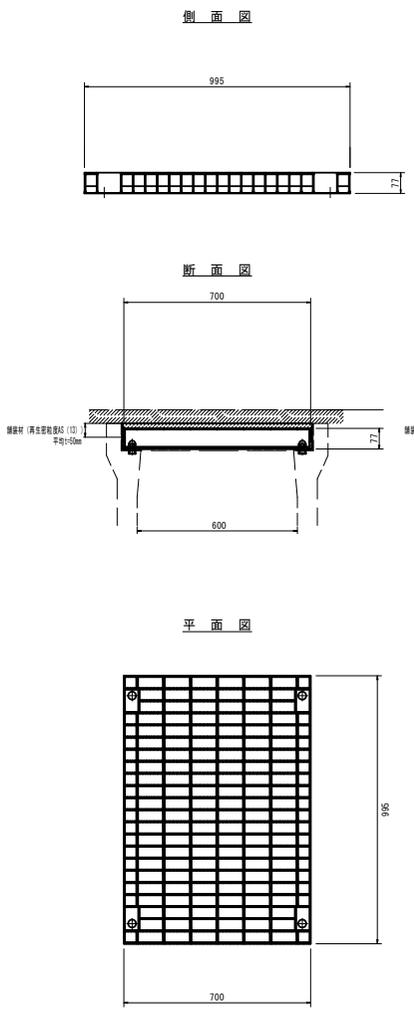

鋼製埋設蓋版(T2) 数量表 10枚 当り

名称	規格	単位	数量	備考
鋼製埋設蓋版	自由勾配側溝 横断600用	枚	10.00	※C-110010-1 ※規格参照
舗装材	再生骨材厚AS(13) 平均厚10mm	m <sup>2</sup>	7.33	※規格参照 A4.0-B4.0(1)


鋼製埋設蓋版(T3)  
(集水柵(AS柵 800用))

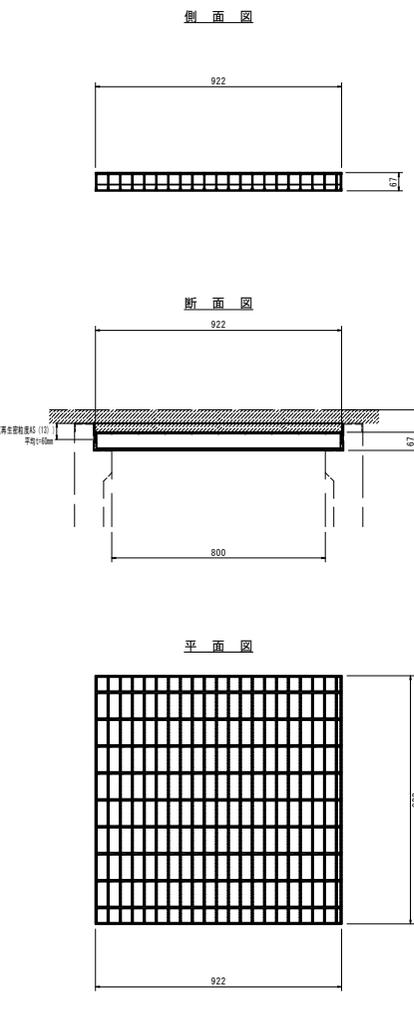

鋼製埋設蓋版(T3) 数量表 10枚 当り

名称	規格	単位	数量	備考
鋼製埋設蓋版	集水柵 AS 800用	枚	10.00	※C-110007-1 ※規格参照
舗装材	再生骨材厚AS(13) 平均厚10mm	m <sup>2</sup>	8.65	※規格参照 A4.0-B4.0(1)

鋼製埋設蓋版(T4)  
(集水柵(AS柵 600用))

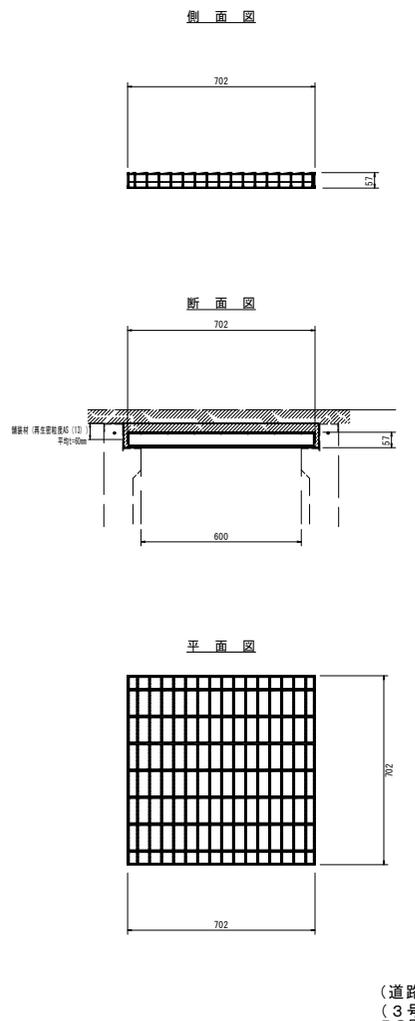

鋼製埋設蓋版(T4) 数量表 10枚 当り

名称	規格	単位	数量	備考
鋼製埋設蓋版	集水柵 AS 600用	枚	10.00	※C-110007-1 ※規格参照
舗装材	再生骨材厚AS(13) 平均厚10mm	m <sup>2</sup>	5.04	※規格参照 A4.0-B4.0(1)

(道路維持工事)  
(3号工事箇所) (B路線)  
この図面はA1サイズを原寸とする

工事名	令和元年度 北道維持第5号 半田地内道路整備工事
施工箇所名	津市半田地内
図面の種類	工法図
縮尺	図示 図面番号 11/11
事業所名	津市建設部 津北工事事務所