

# 津市立村主小学校 普通教室等空調設備設置工事


## 設計図

図面リスト						
津市立村主小学校						
機械設備工事		電気設備工事				
図面番号	図面名称	図面番号	図面名称			
MTK-01	機械設備 特記仕様書（1）	ETK-01	電気設備 特記仕様書（1）			
MTK-02	機械設備 特記仕様書（2）	ETK-02	電気設備 特記仕様書（2）			
M-01	配置図・付近見取図	ETK-03	電気設備 特記仕様書（3）			
M-02	空調設備 機器表	E-01	受変電設備 高圧単線結線図			
M-03	空調設備 施工要領図（参考）	E-02	既設受変電設備 高圧単線結線図			
M-04	空調設備 1階平面図	E-03	受変電設備廻り詳細図			
M-05	空調設備 2階平面図	E-04	動力設備 1階平面図			
M-06	空調設備 3階平面図	E-05	動力設備 2・3階平面図			
M-07	空調設備 厨房平面図					
M-08	空調制御設備 1階平面図					
M-09	空調制御設備 2階平面図					
M-10	空調制御設備 3階平面図					
M-11	基礎図・フェンス標準図					




※ 横走り管の吊り間隔 鋼管 100A以下 2m 以下 125A以上 3m 以下  ビニル管 80A以下 1m 以下 耐火二層管 100A以上 2m 以下  鉛管 1.5m 以下  錆鉄管 標準図による	3) 種別 給排水衛生設備配管の保温仕様	共通事項 1) 陸上ポンプ、送排風機（エアハン含む）の電動機は、すべて全閉防ま形とすること。 2) 配管途中、所にはフランジ接続箇所を設置し、取り外しを容易にすること。 3) 統が分かれるように、必要箇所（機械室、P.S内等）に文字書き・矢印記入・バルブ取付を行うこと。 4) 機器・配管・支持金物には、絶縁処理を行うこと。 5) 配管に空気を溜る恐れのある箇所には、エア抜き弁を設置し、最寄りのドレン管に接続すること。 6) 屋外機器設置基盤のアンチボールトは、構造体鉄筋より取り出す、もしくはあらん工アンカーエ法の類とする。使用アンカーアについては、機器仕様書、耐震クラス等を確認すること。また、重量機器にあらん工アンカーエ法を採用する場合、ケカルアンカーアを使用し施工すること。 7) 機器、配管の耐震措置及び機器、ダクトの防振・消音については、標準仕様書・標準図、施工監理指針及び建築設備耐震設計・施工指針に基づく十分考慮すること。 8) 雨がかり部に取り付けるガリのチャンバーには、水抜きを設けること。 9) 屋外埋設管（給水、消火、ガス）には、埋設シートを敷設し、曲がり・分岐部には、地中埋設標を施工すること。 10) 冷水管及び冷温水管の支持材には、合成樹脂製受けを使用すること。 11) 水栓は、節水栓付きのものを使用すること。 12) 冷媒管等防火認定資格通部は、建築基準法・消防法に適合する工法にて防火処理を行うこと。 13) 地中埋設配管については、下記の沈下対策を講ずること。 ・管は継ぎ手の組み合わせにより可とう性をもたせる。 ・接続箇所は必要に応じコンクリートで保護する。 ・土間配管は、土間筋に吊り下げるなど埋設配管を保持すること。 ・呼び径100A以下はM10、125A~250AはM12、250A以上はM16のステンレス鋼棒を使用する。 14) 屋外露出及び多湿箇所（トレーンビット等）の配管架台は、SUS又はSS溶融亜鉛メッキ仕上げとすること。 15) 屋外設置のマホール類には用途名を入れること。 16) 合成樹脂製カバーパーの仕上げについては、保温見切り箇所には菊座の取り付けを行うこと。 17) 送風機用ベルトカバーには点検口を設けること。 18) 建設発生土は場外自由処分すること。

津市立村主小学校 普通教室等空調設備設置工事	略尺 —
図面名称	機械設備 特記仕様書 (2)
No.	MTK-02

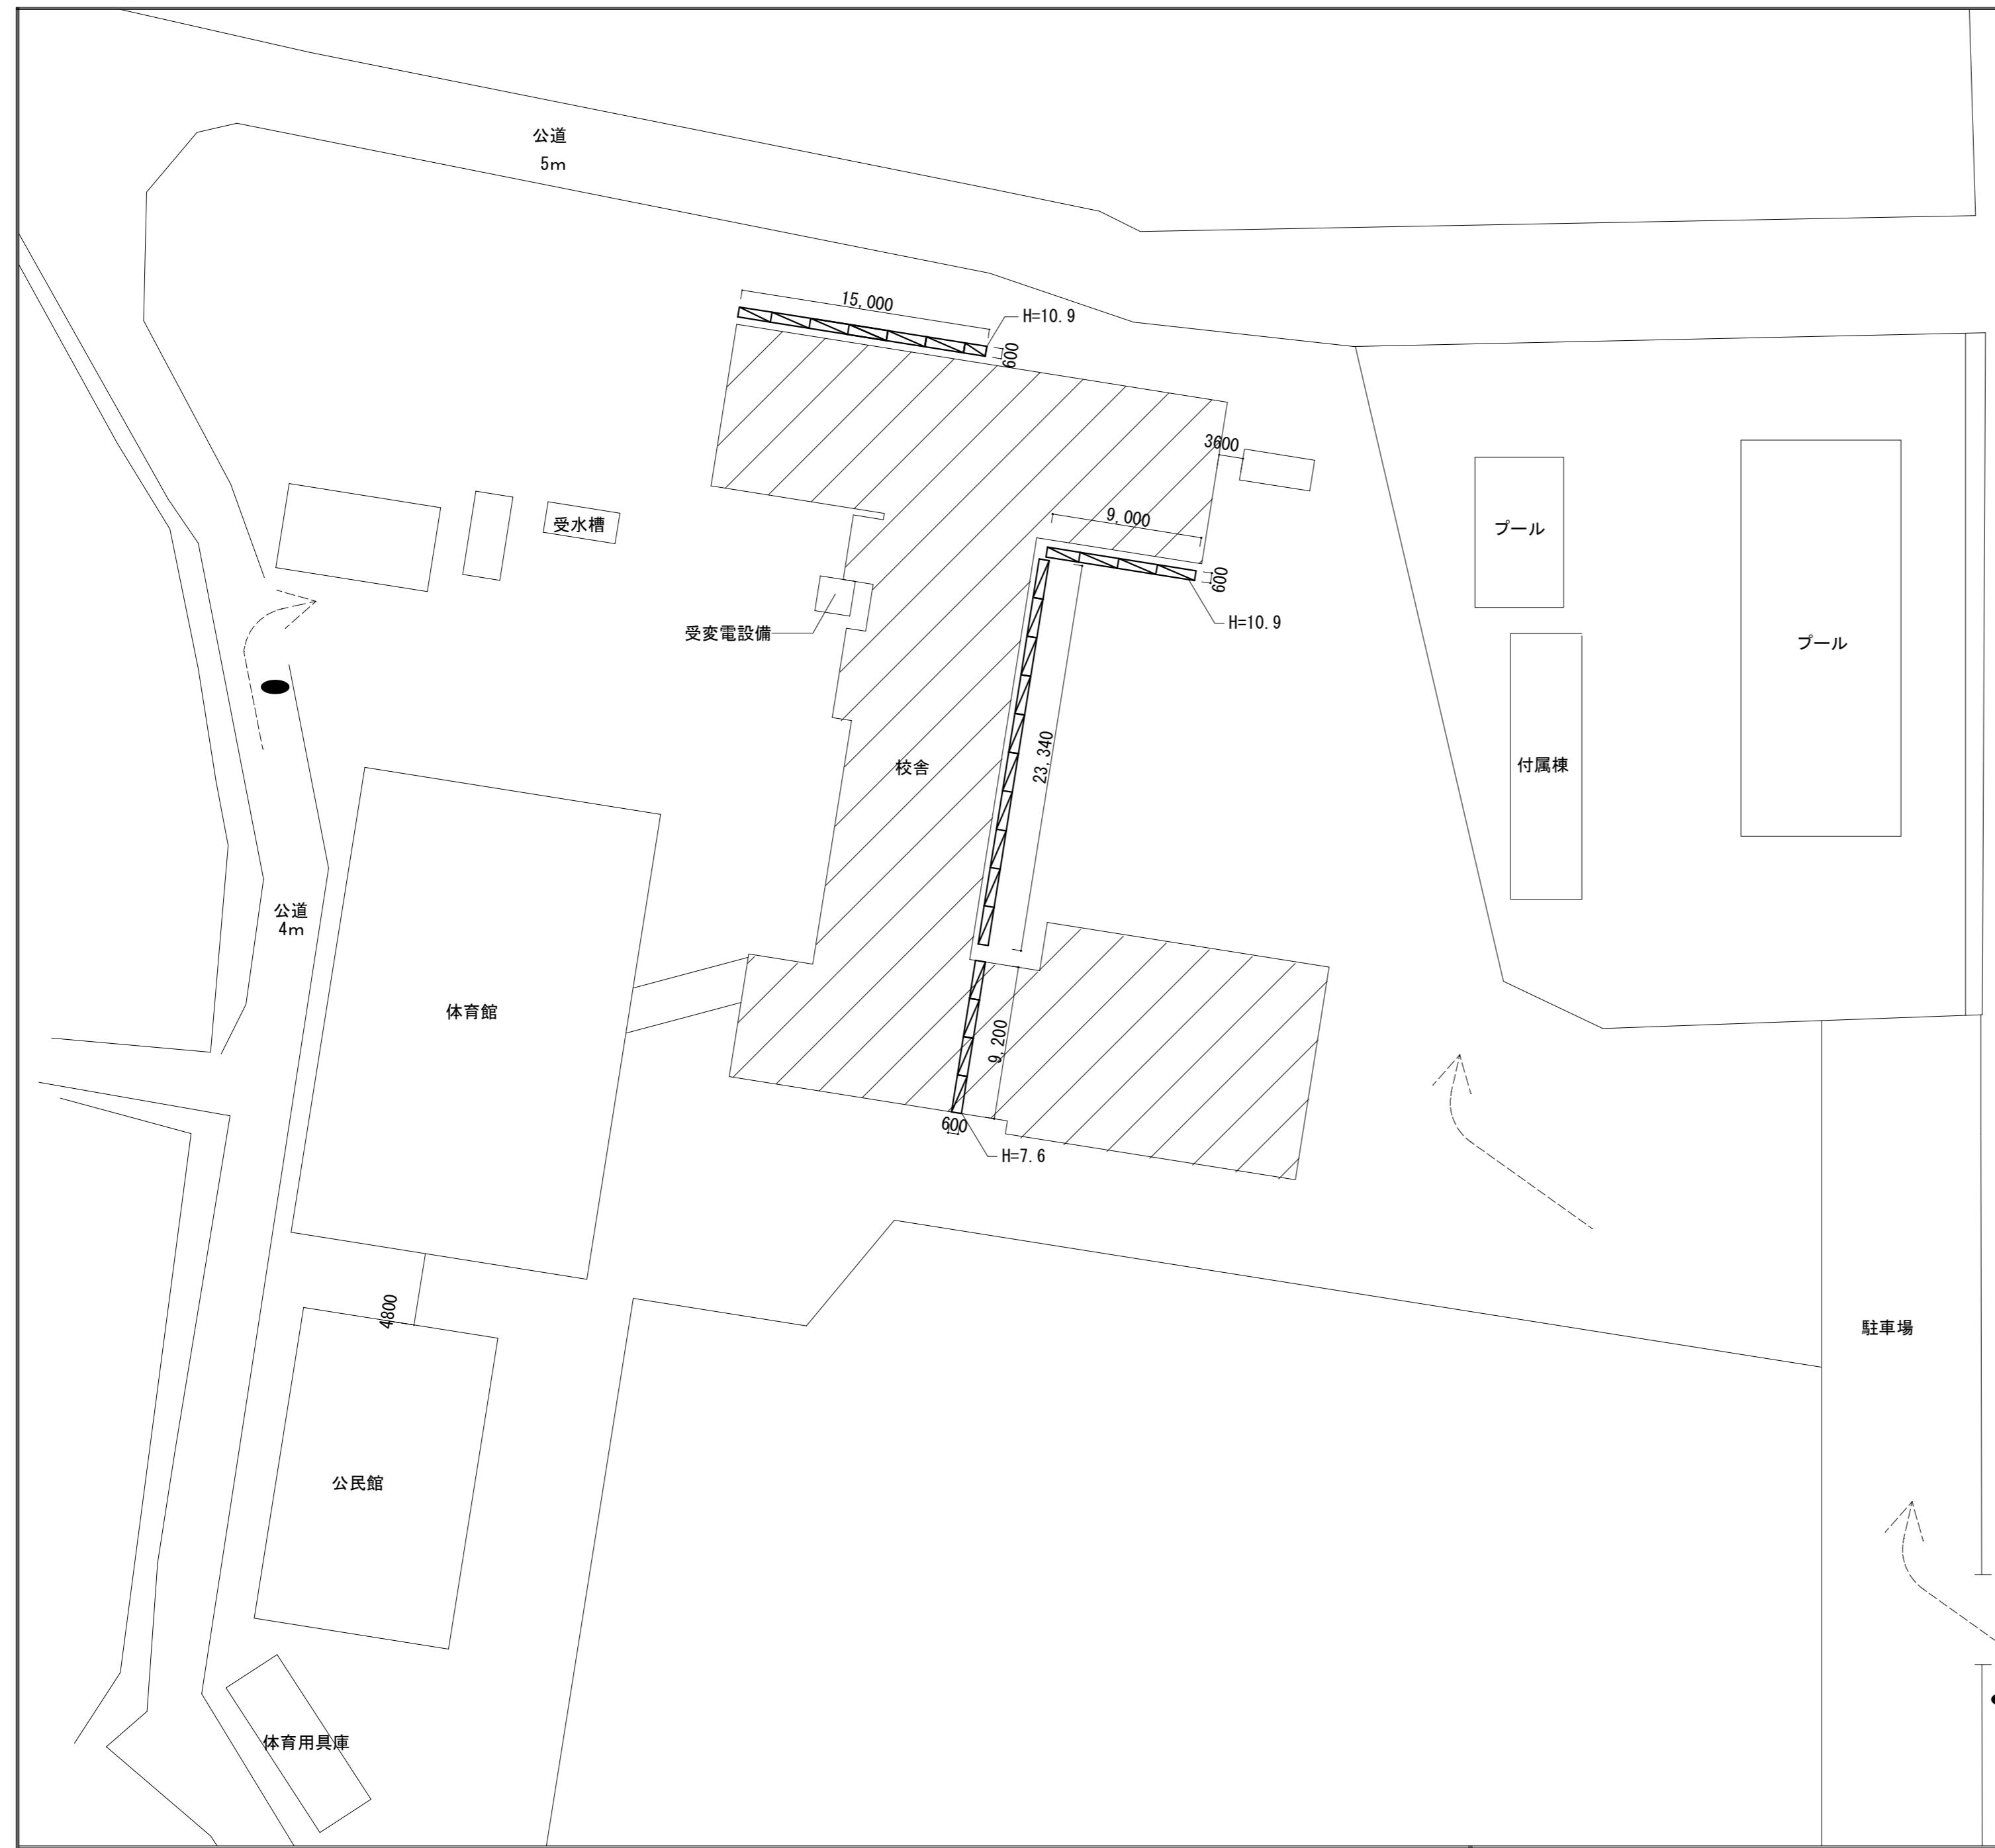

仮設凡例 (参考)	
<-----	車両進入通路を示す。
▨	工事対象建物
▨	模式足場 手摺先行 建地幅600 メッシュシート養生
●	交通誘導員 (大型車両出入り時)

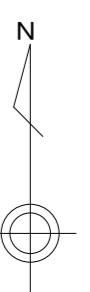

津市立村主小学校

※注記


株式会社 中部都市建築設計事務所	1級建築士大臣登録番号143379
TEL: 059-226-0139 FAX: 059-226-5115	伊藤 公
日付	担当
	承認

工事名	原図
津市立村主小学校 普通教室等空調設備設置工事	A 2
図面名	
配置図・付近見取図	A2:S=1/2500 1/500 M-01




### 室外機連絡線・遠隔監視アダプター配線参考図

- ※1. 室内機、室外機に必要な連絡・制御配線はメーカー標準とする。
- ※2. 室外機廻りの露出中継ボックスはSUS製とする。

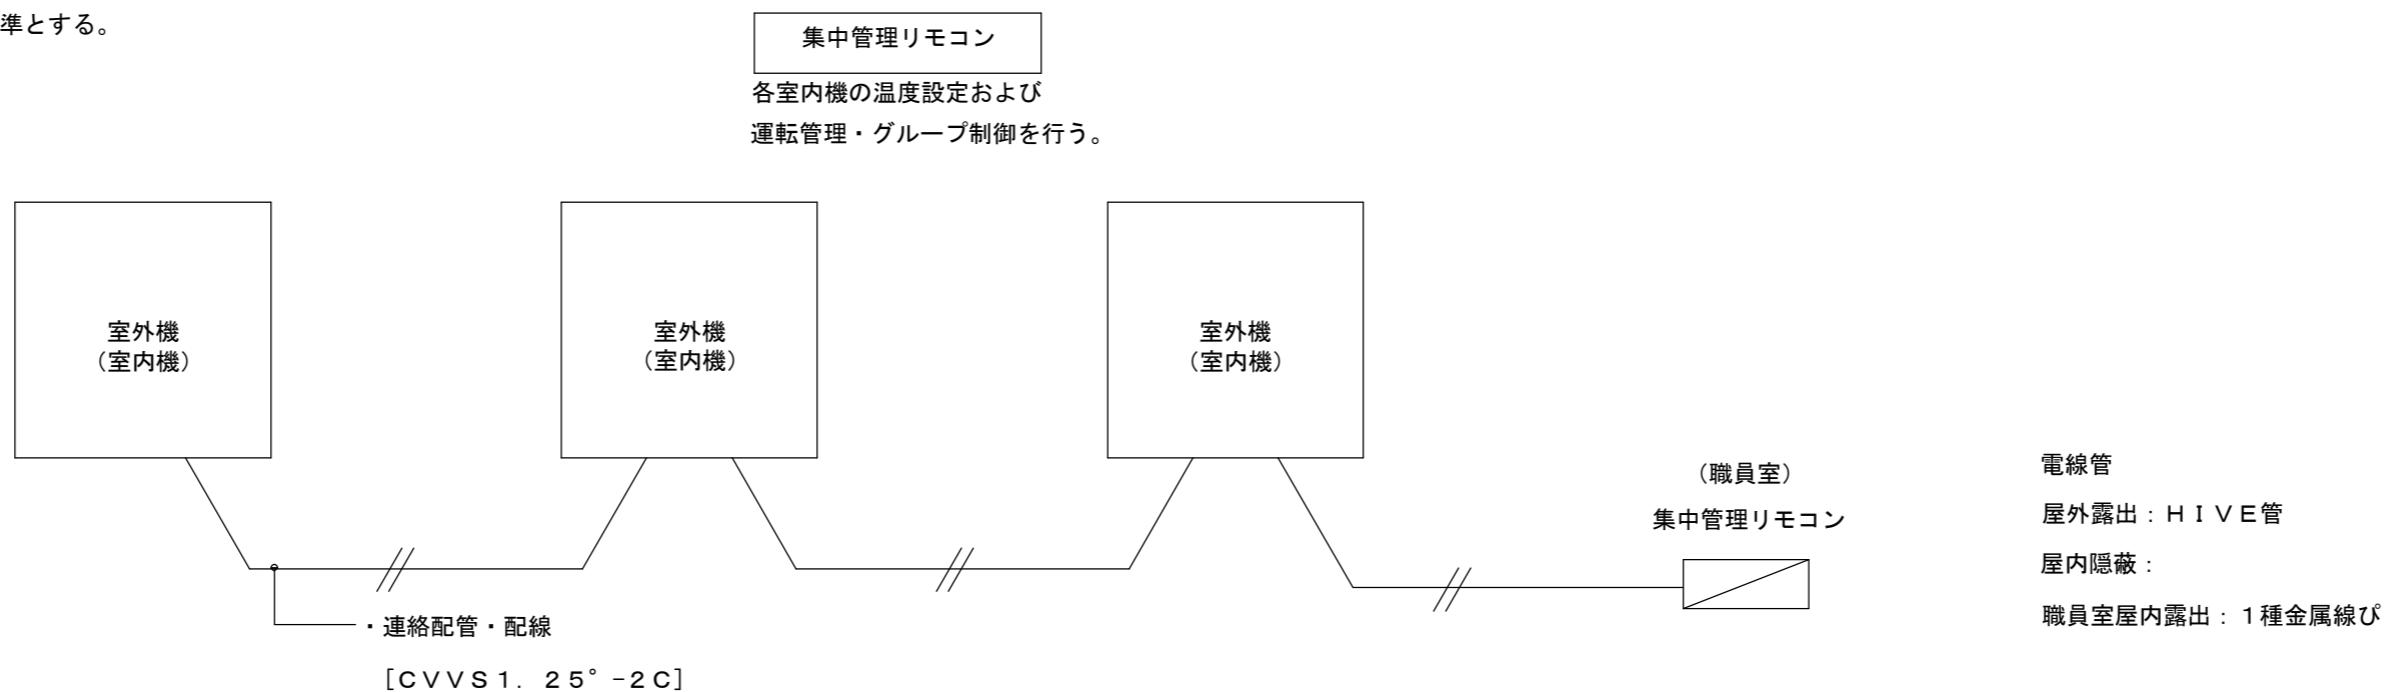

### 室内機取付詳細図

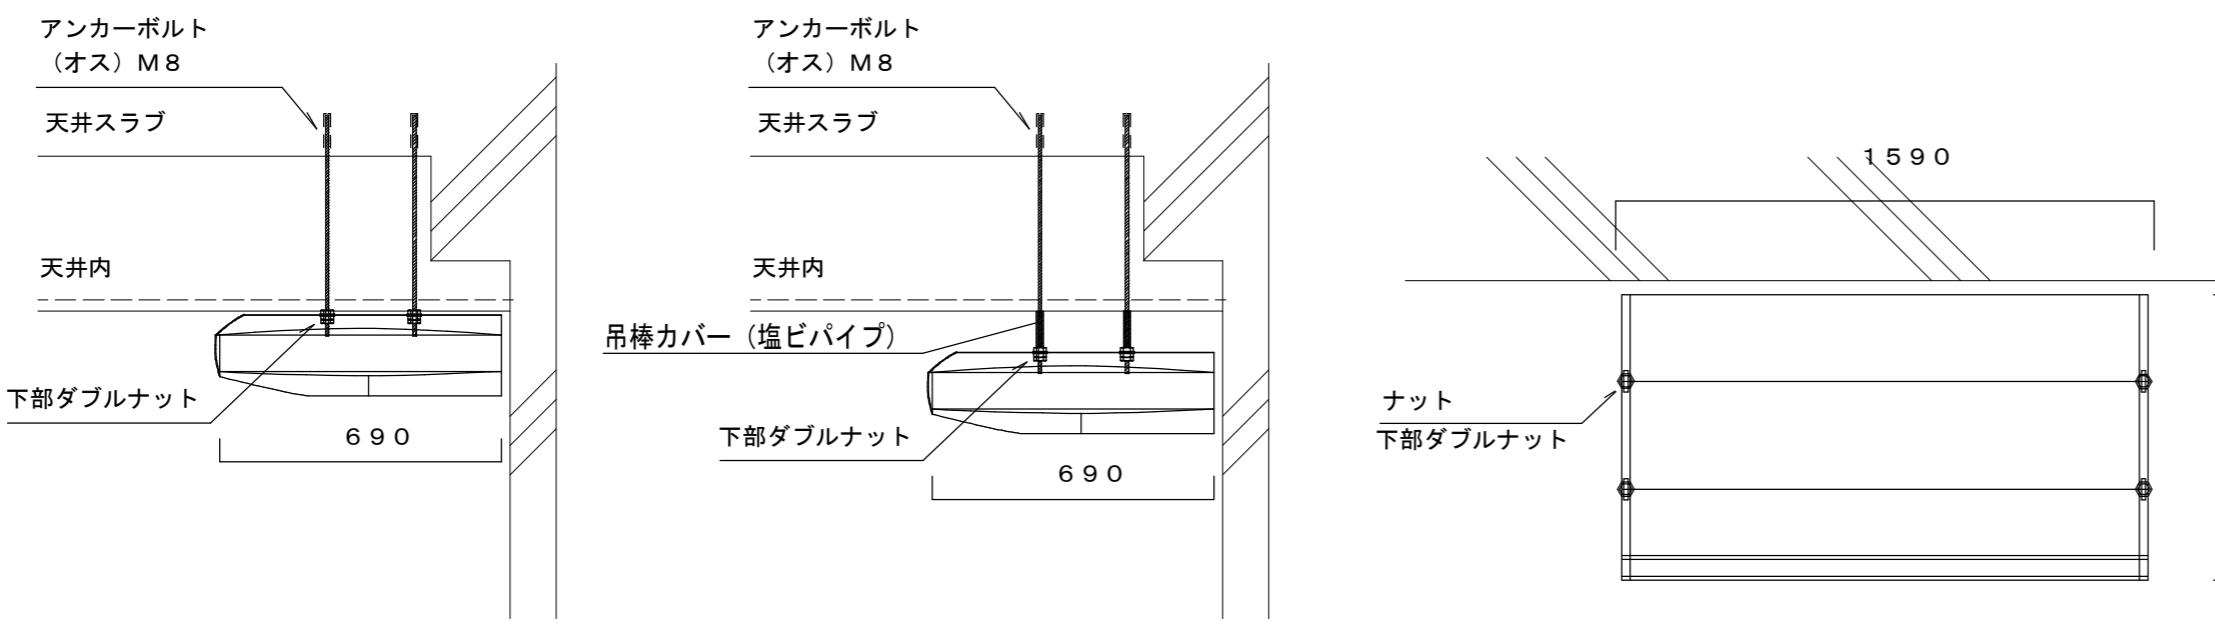

立面図

天井吊形（天井面に直付けの場合）


天井吊形（天井面を開けて設置する場合）

平面図


天井吊型

※天井ボードと室内機・壁と室内機の間は可能な限り隙間が空かないよう設置すること

### 冷媒管保温要領

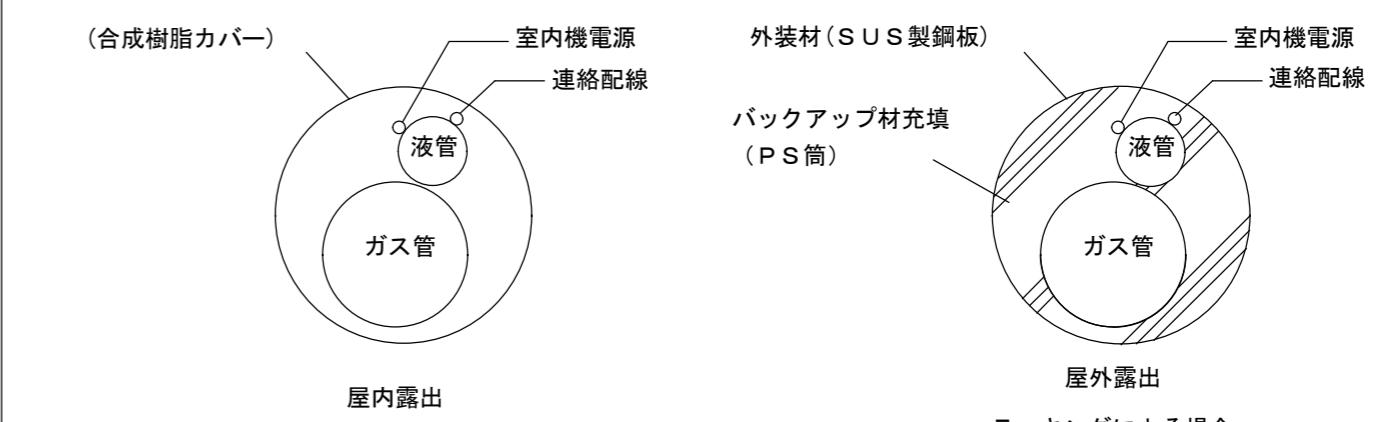

### コア抜き参考図

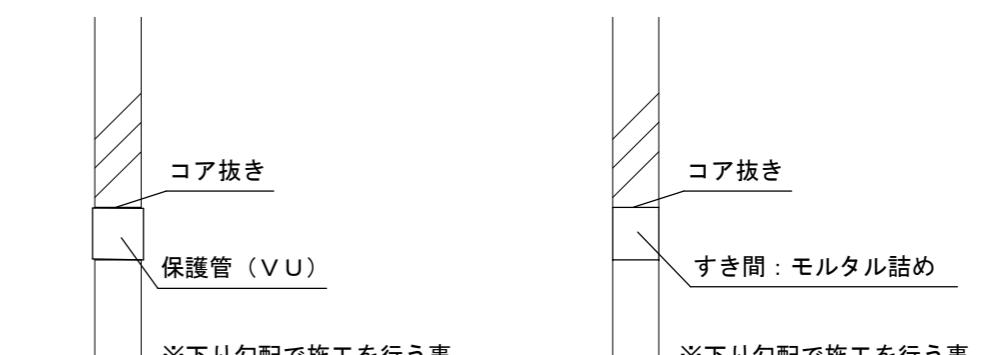

津市立村主小学校

※注記	株式会社 中部都市建築設計事務所 1級建築士大臣登録番号143379 TEL: 059-226-0139 FAX: 059-226-5115		
日付	担当	承認	図面名
			空調設備 施工要領図（参考）


工事名 津市立村主小学校 普通教室等空調設備設置工事	原図 A2
図面名 空調設備 施工要領図（参考）	縮尺 M-03




1階平面図 1/200

冷媒配管配線セットサイズ表(参考)		
記号	液	ガス
Ⓐ	9.5φ	15.9φ
Ⓑ	9.5φ	25.4φ
Ⓒ	12.7φ	25.4φ

内外渡り配線は冷媒管抱き合わせ配線とする。  
屋内露出配管、及び屋内露出立ち下げ配管は  
カーテン、家具等に邪魔にならない様に施工を行う事

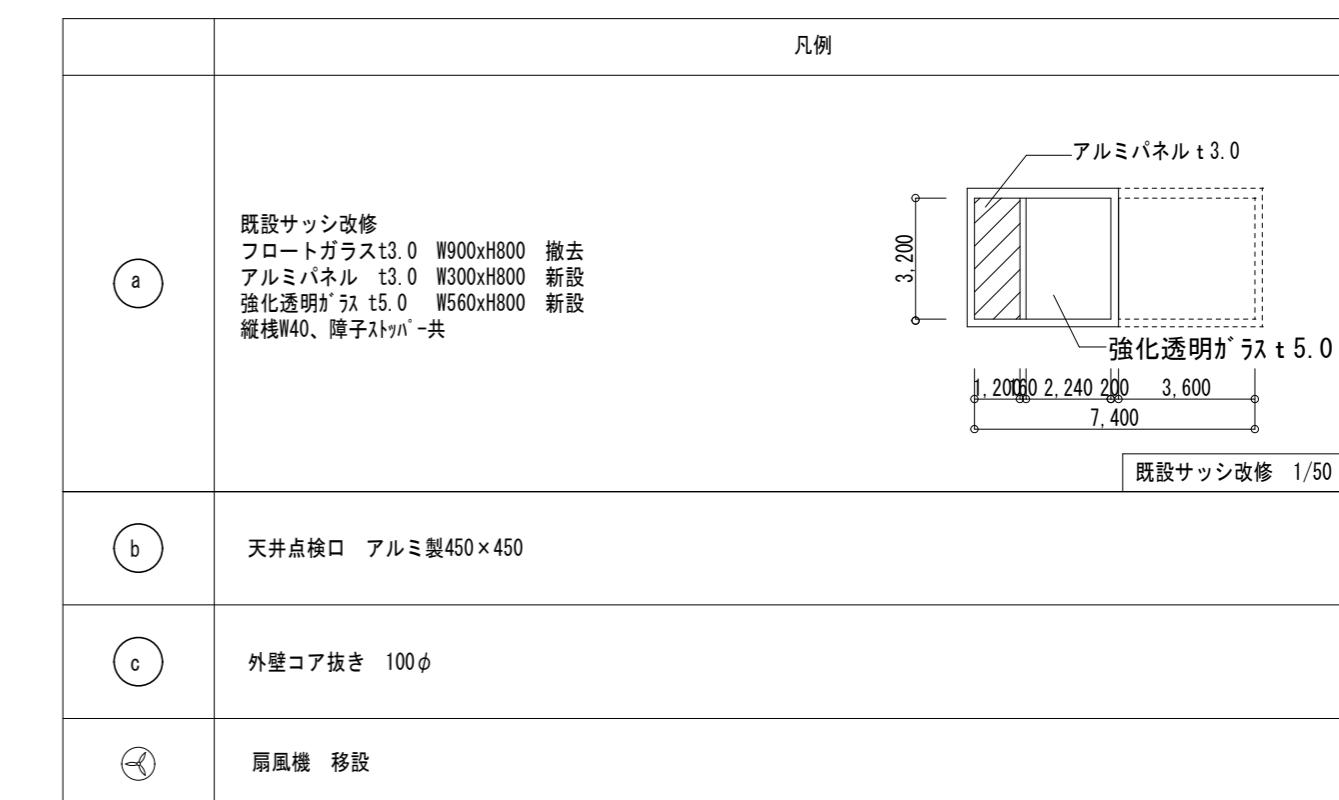

※注記	株式会社 中部都市建築設計事務所	1級建築士大臣登録番号143379 TEL: 059-226-0139 FAX: 059-226-5115	工事名 津市立村主小学校 普通教室等空調設備設置工事	原図 A 2
	日付	担当	承認	図面名 空調設備 1階平面図
				縮尺 A2:S=1/200 M-04

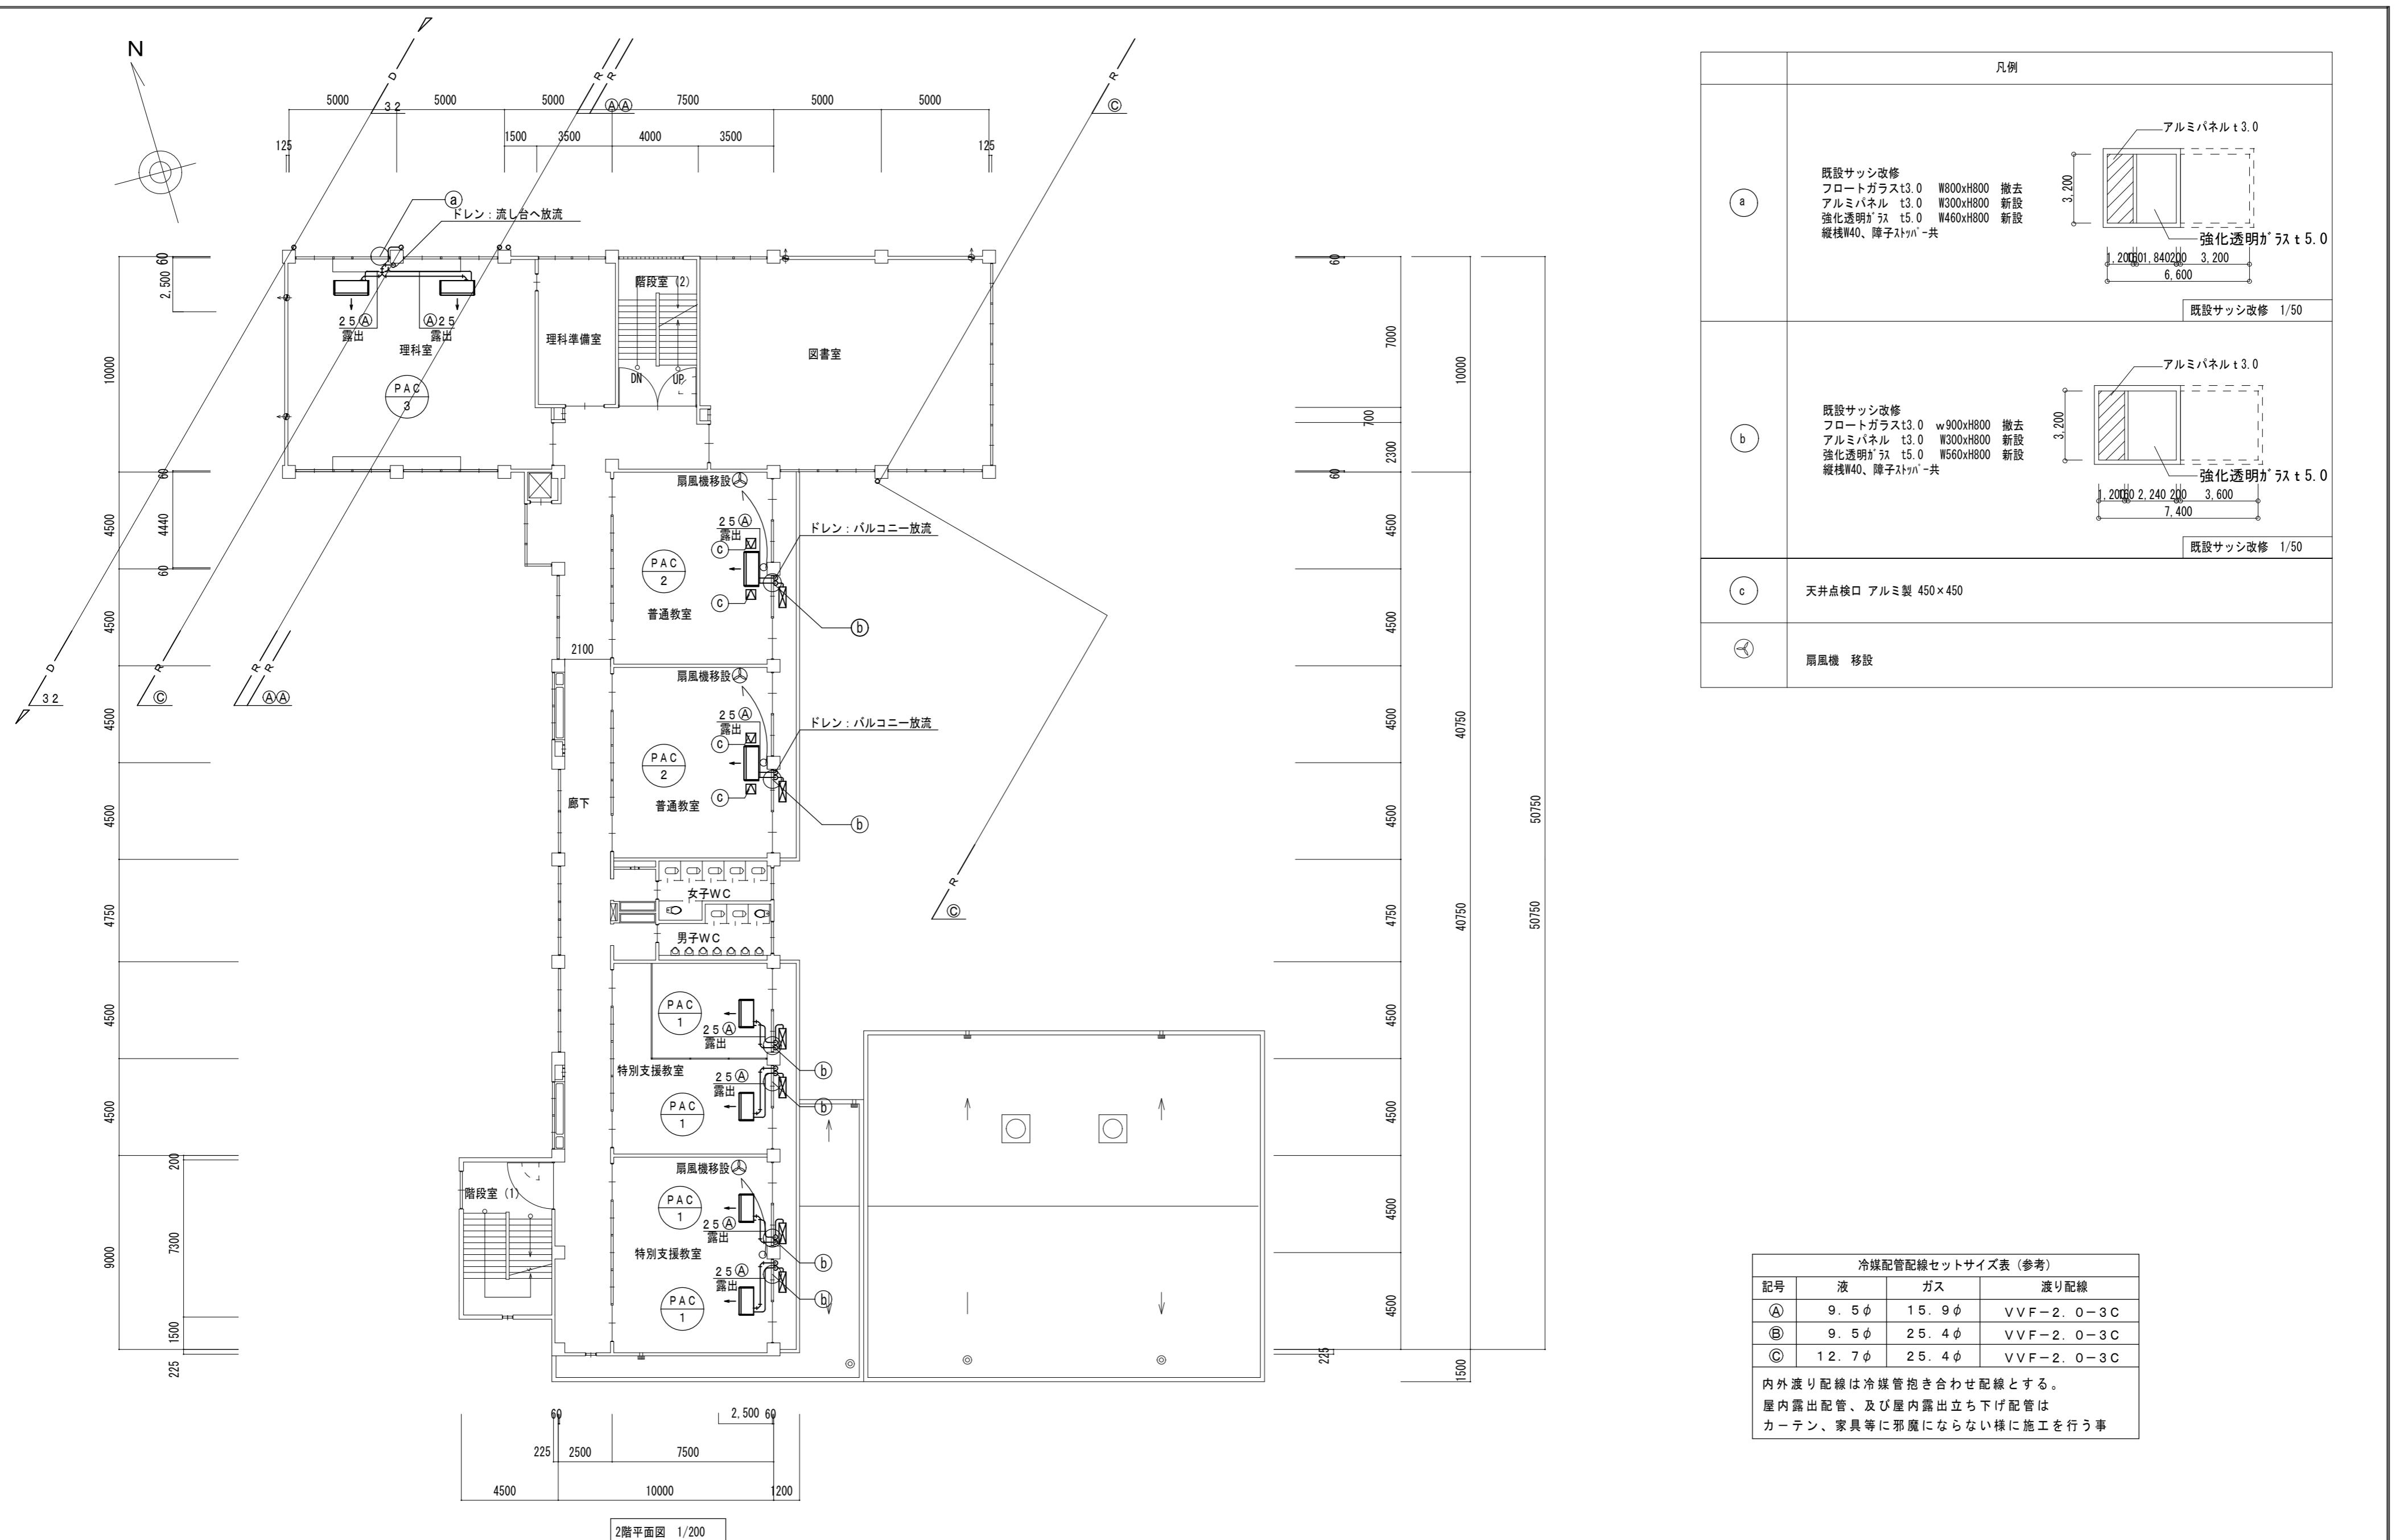

※注記

株式会社 中部都市建築設計事務所

1級建築士大臣登録番号143379  
TEL:059-226-0139 FAX:059-226-5115

工事名  
津市立村主小学校

原図  
A 2

普通教室等空調設備設置工事


伊藤 公

日付 担当 承認

図面名  
空調設備 2階平面図



縮尺  
A2:S=1/200

図面番号  
M-05

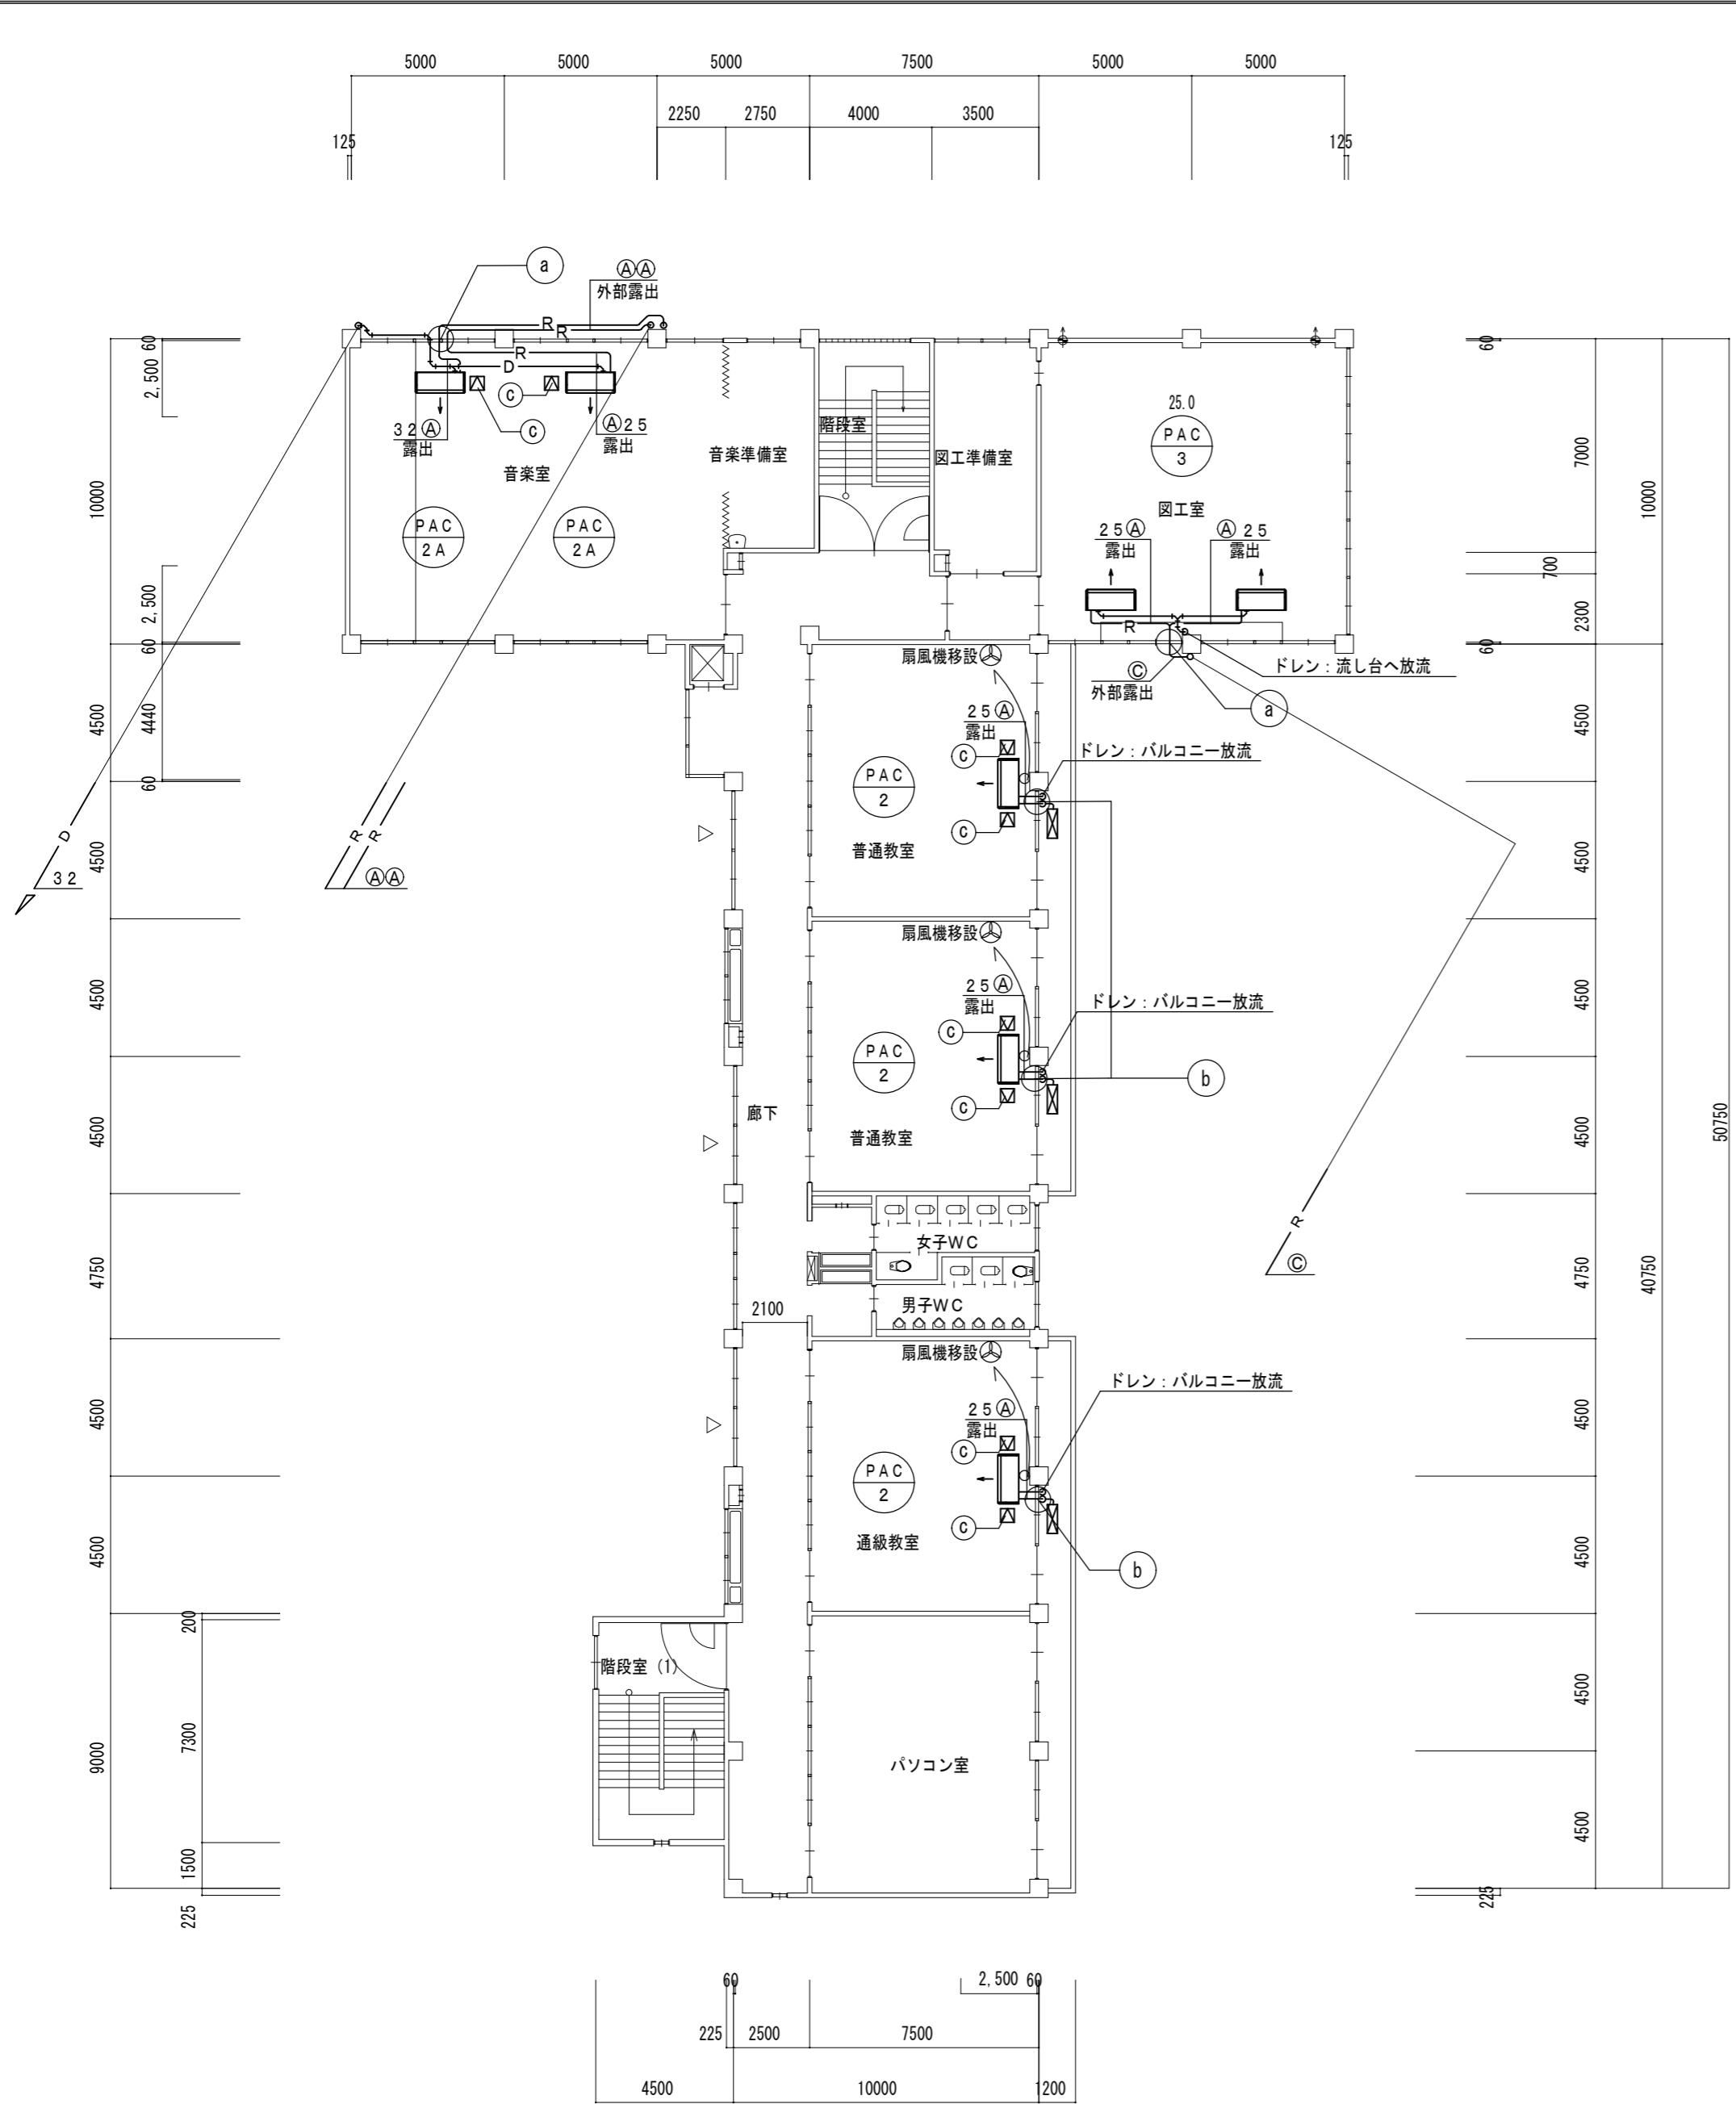

冷媒配管配線セットサイズ表 (参考)			
記号	液	ガス	渡り配線
Ⓐ	9. 5φ	15. 9φ	VVF-2. 0-3C
Ⓑ	9. 5φ	25. 4φ	VVF-2. 0-3C
Ⓒ	12. 7φ	25. 4φ	VVF-2. 0-3C

内外渡り配線は冷媒管抱き合わせ配線とする。  
屋内露出配管、及び屋内露出立ち下り配管は  
カーテン、家具等に邪魔にならない様に施工を行う事

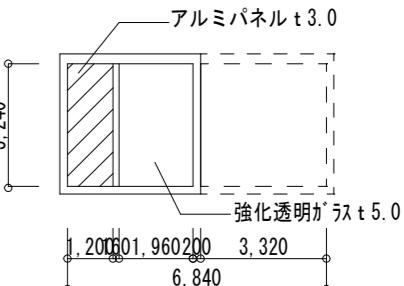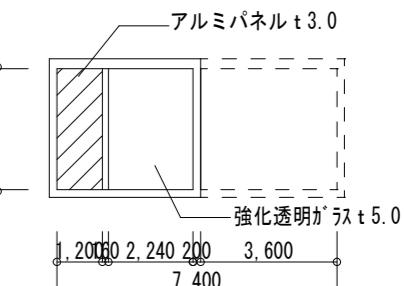凡例	
a	<p>既設サッシ改修 フロートガラス t3.0 W830xH810 撤去 アルミパネル t3.0 W300xH810 新設 強化透明ガラス t5.0 W490xH810 新設 縦横W40、障子ストッパー共</p>  <p>既設サッシ改修 1/50</p>
b	<p>既設サッシ改修 フロートガラス t3.0 W900xH800 撤去 アルミパネル t3.0 W300xH800 新設 強化透明ガラス t5.0 W560xH800 新設 縦横W40、障子ストッパー共</p>  <p>既設サッシ改修 1/50</p>
c	天井点検口 アルミ製450×450

※注記

株式会社 中部都市建築設計事務所 1級建築士大臣登録番号143379  
TEL: 059-226-0139 FAX: 059-226-5115  
伊藤 公

工事名  
津市立村主小学校  
普通教室等空調設備設置工事

原図  
A 2

日付

担当

承認

図面名


縮尺

図面番号

空調設備 3階平面図

A2:S=1/200 M-06

津市立村主小学校

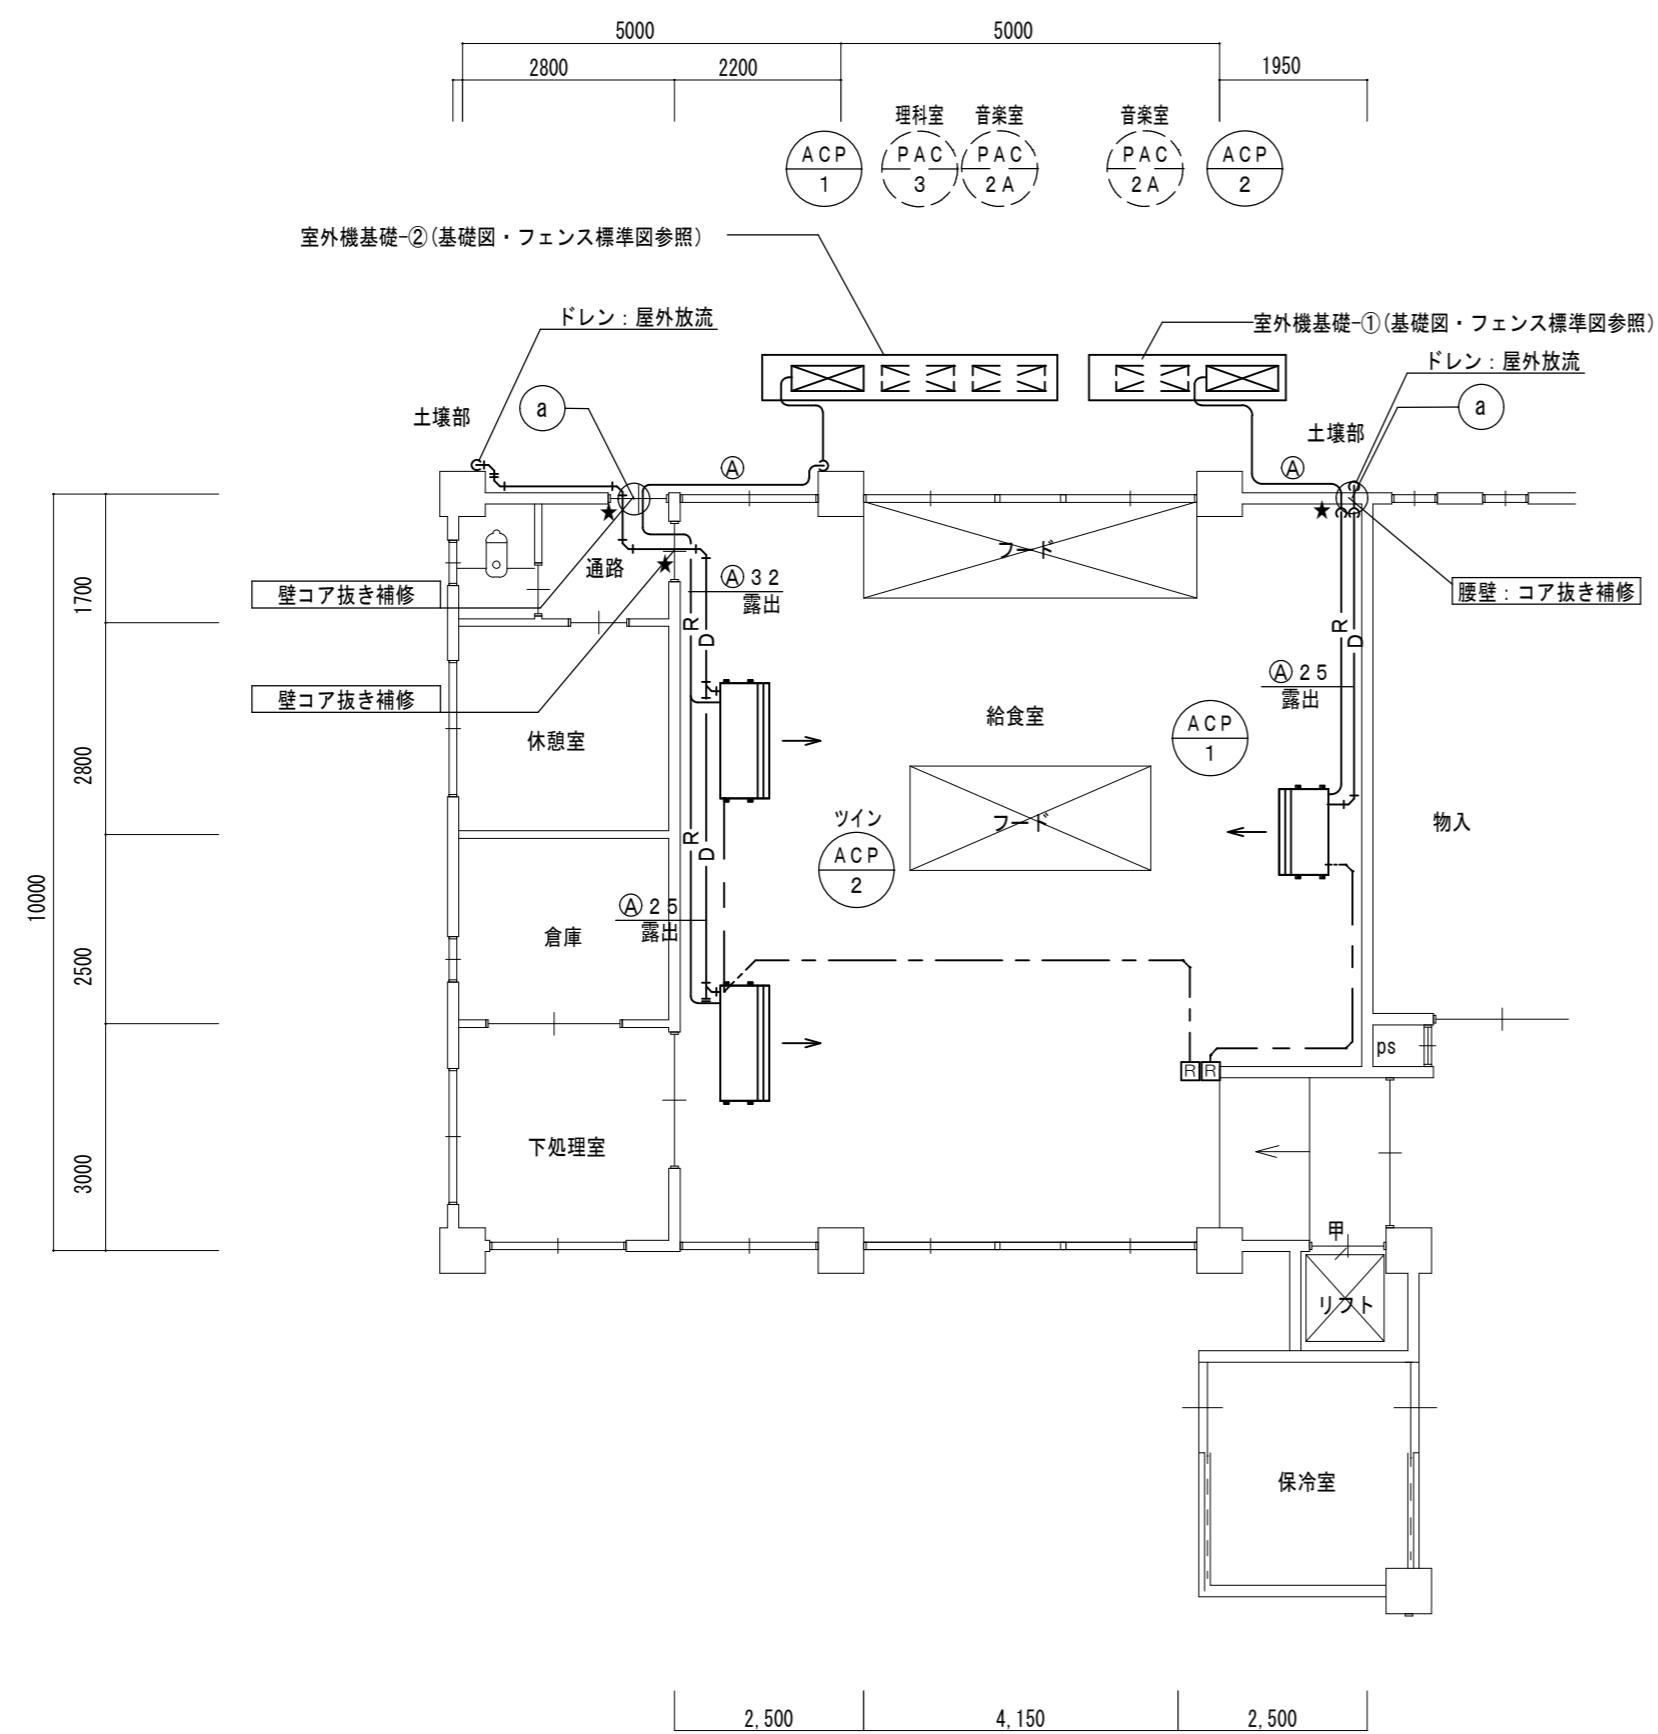


冷媒配管配線セットサイズ表 (参考)			
記号	液	ガス	渡り配線
Ⓐ	9. 5φ	15. 9φ	VVF-2. 0-3C
Ⓑ	9. 5φ	25. 4φ	VVF-2. 0-3C
Ⓒ	12. 7φ	25. 4φ	VVF-2. 0-3C

内外渡り配線は冷媒管抱き合わせ配線とする。  
屋内露出配管、及び屋内露出立ち下げ配管は  
カーテン、家具等に邪魔にならない様に施工を行う事

凡例	
(a)	外壁 コア抜き 100φ

津市立村主小学校

※注記	株式会社 中部都市建築設計事務所	1級建築士大臣登録番号143379			工事名 津市立村主小学校 普通教室等空調設備設置工事	原図 A 2
		TEL: 059-226-0139 FAX: 059-226-5115				
	日付	担当	承認		図面名	縮尺
					空調設備 廚房平面図	A2:S=1/100 M-07

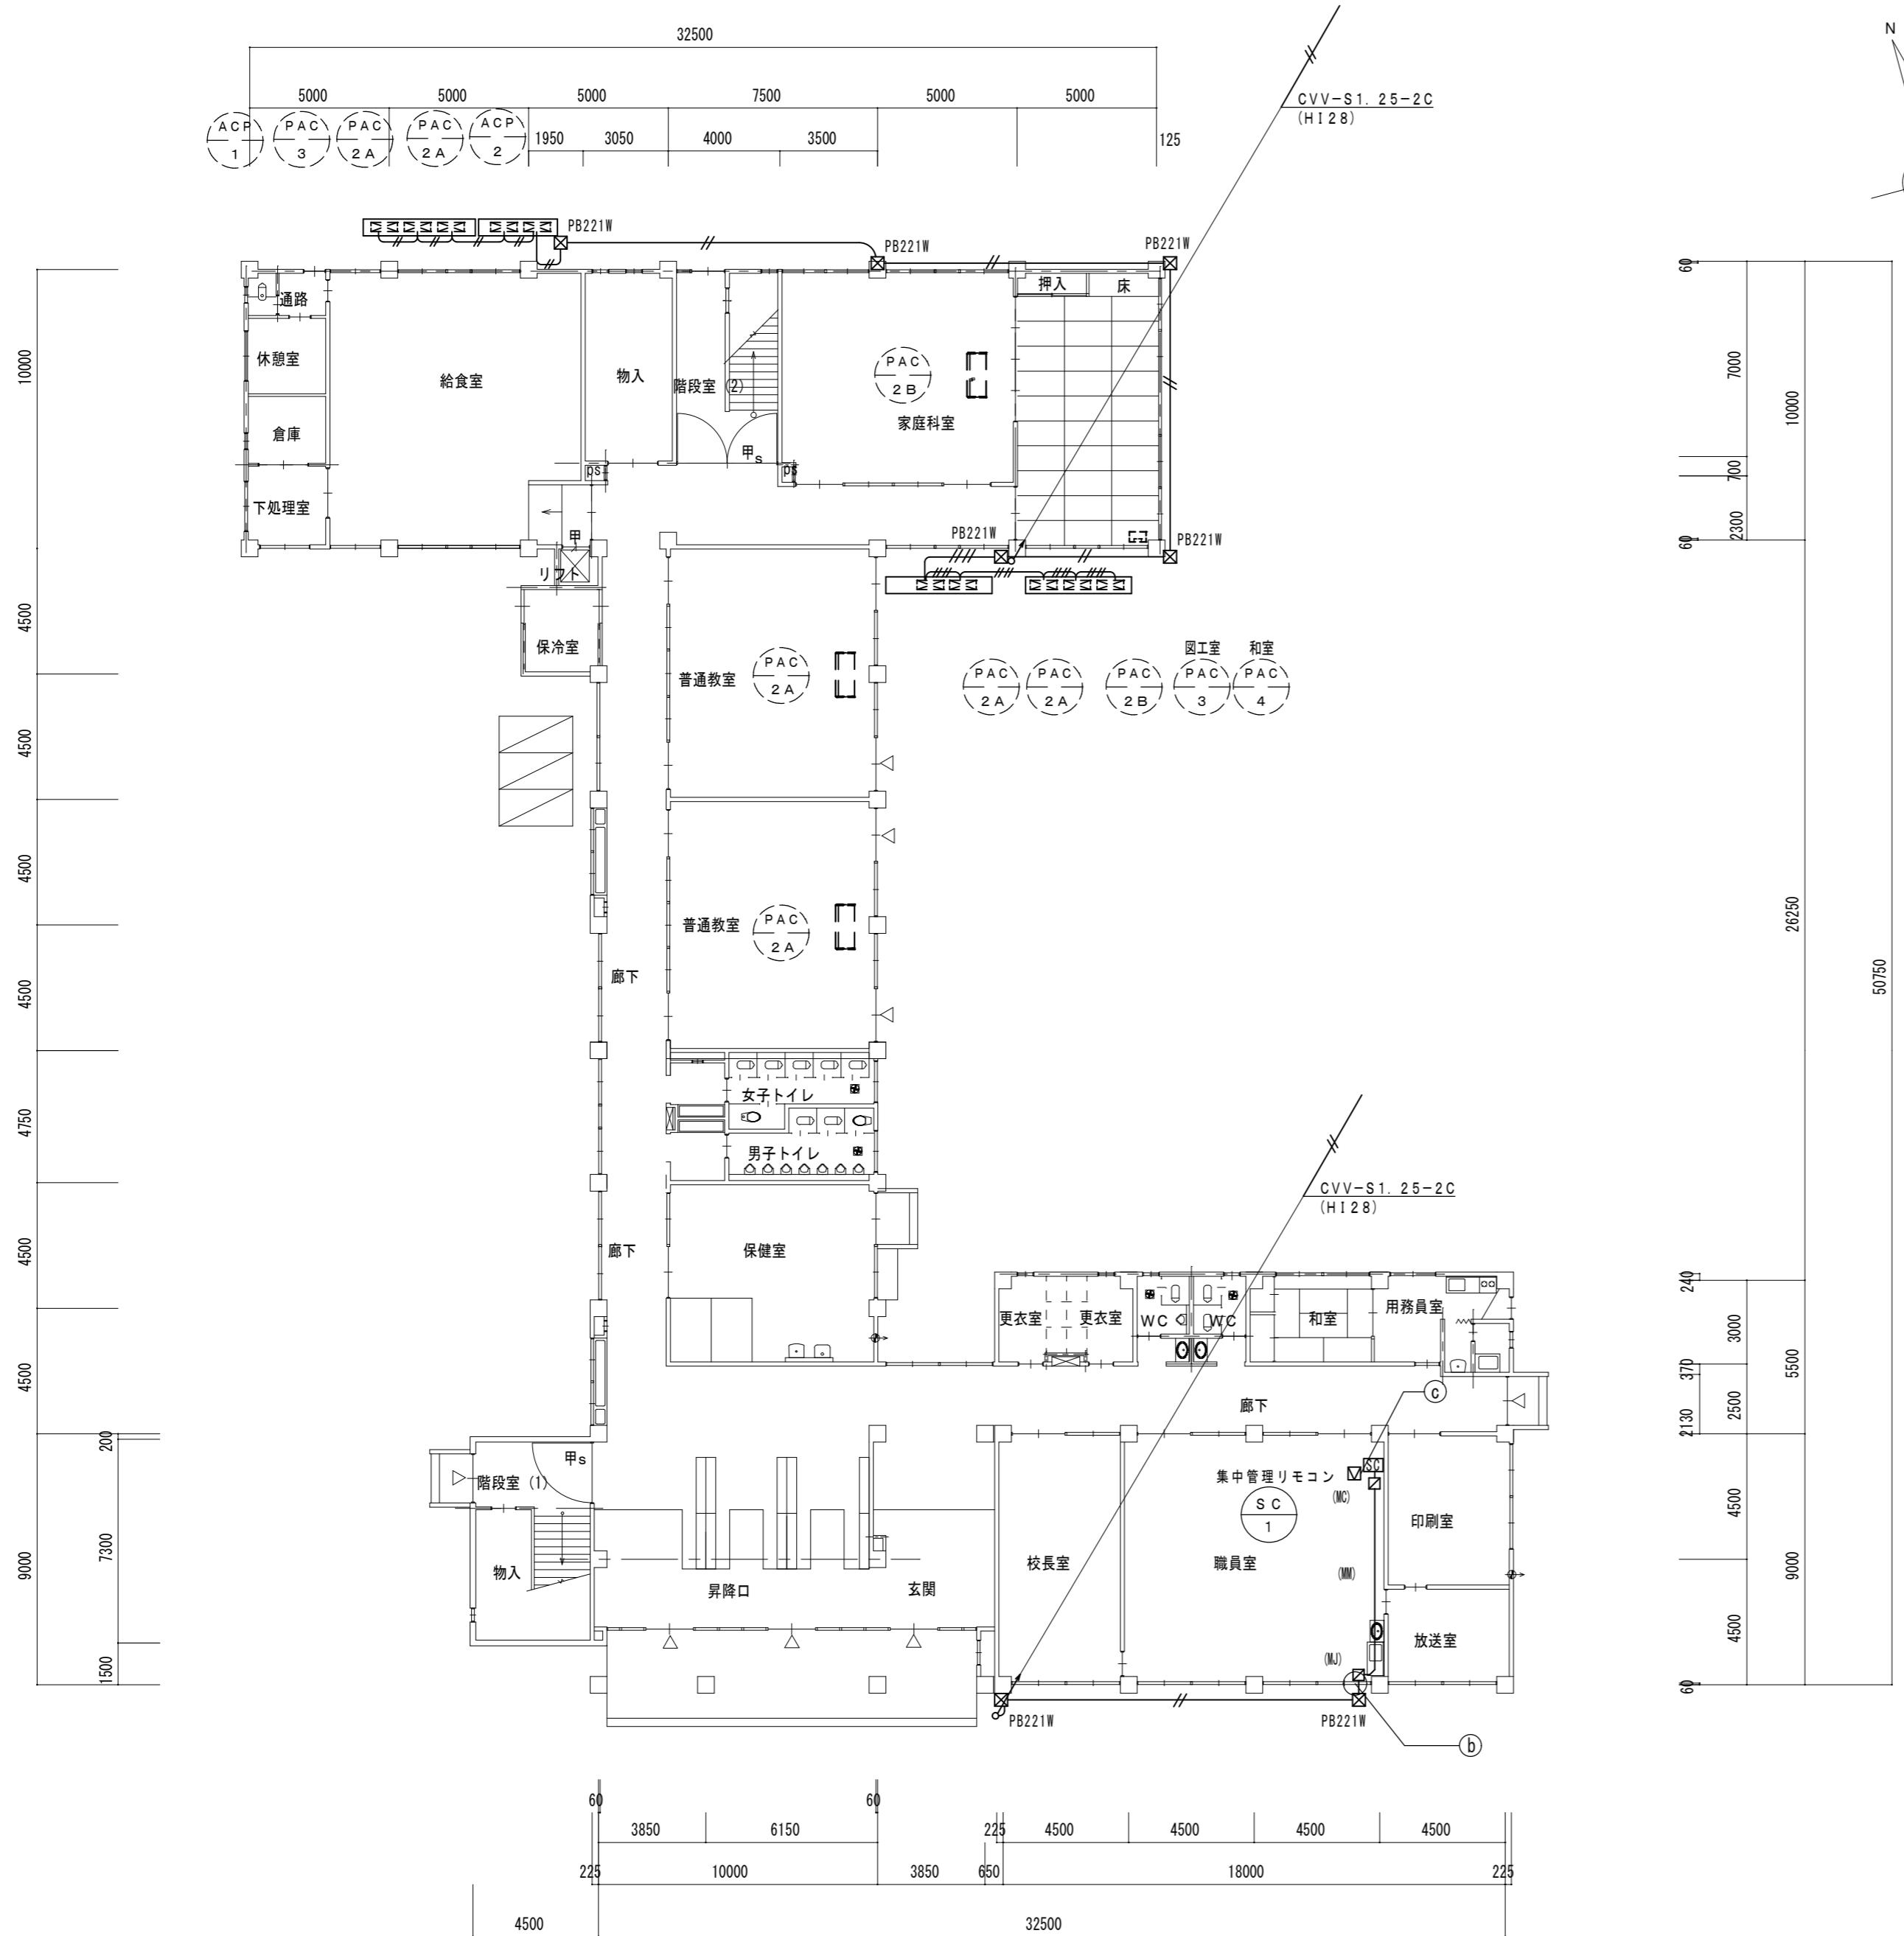

1階平面図 1/200

※注記

株式会社 中部都市建築設計事務所

1級建築士大臣登録番号143379  
TEL: 059-226-0139 FAX: 059-226-5115

工事名 原図

津市立村主小学校 普通教室等空調設備設置工事

A 2

日付

担当

承認

図面名 縮尺 図面番号


空調制御設備 1階平面図

A2:S=1/200 M-08

凡例	
(b)	既設サッシ改修 フロートガラス t 3.0 w380×h490 撤去 アルミパネル t 3.0 w380×h490 新設 強化透明ガラス t 5.0 1.5200 520 3,240 既設サッシ改修 1/50
(c)	天井点検口 アルミ製450×450

凡例(参考)	
図中記入なき配線は下記とする。	
[SC]	集中管理リモコン
—//—	VVF2.0-3C (1E)
—///—	CVV-S1.25-2C (H128)
(W)	1種金属線び
(NC) □	同上コーナーボックス
(NU) □	同上ジャンクションボックス
PB221W	■ PB2: 200X200X100 (SUS WP)
PB332W	■ PB3: 300X300X200 (SUS WP)
PB	■ PB3: 300X300X200 (SS)
ニ重天井内はケーブルころがし配線とし、コンクリート部及び 壁立下り部は電線管(PF)にて保護とする。	
屋外露出部は、電線管(H128)にて保護とする。	
屋上配管で1.5mを超える場合は 伸縮カッピングを取り付けること。	
屋上配管支持ブロックは、ゴムベース付とする。	


津市立村主小学校

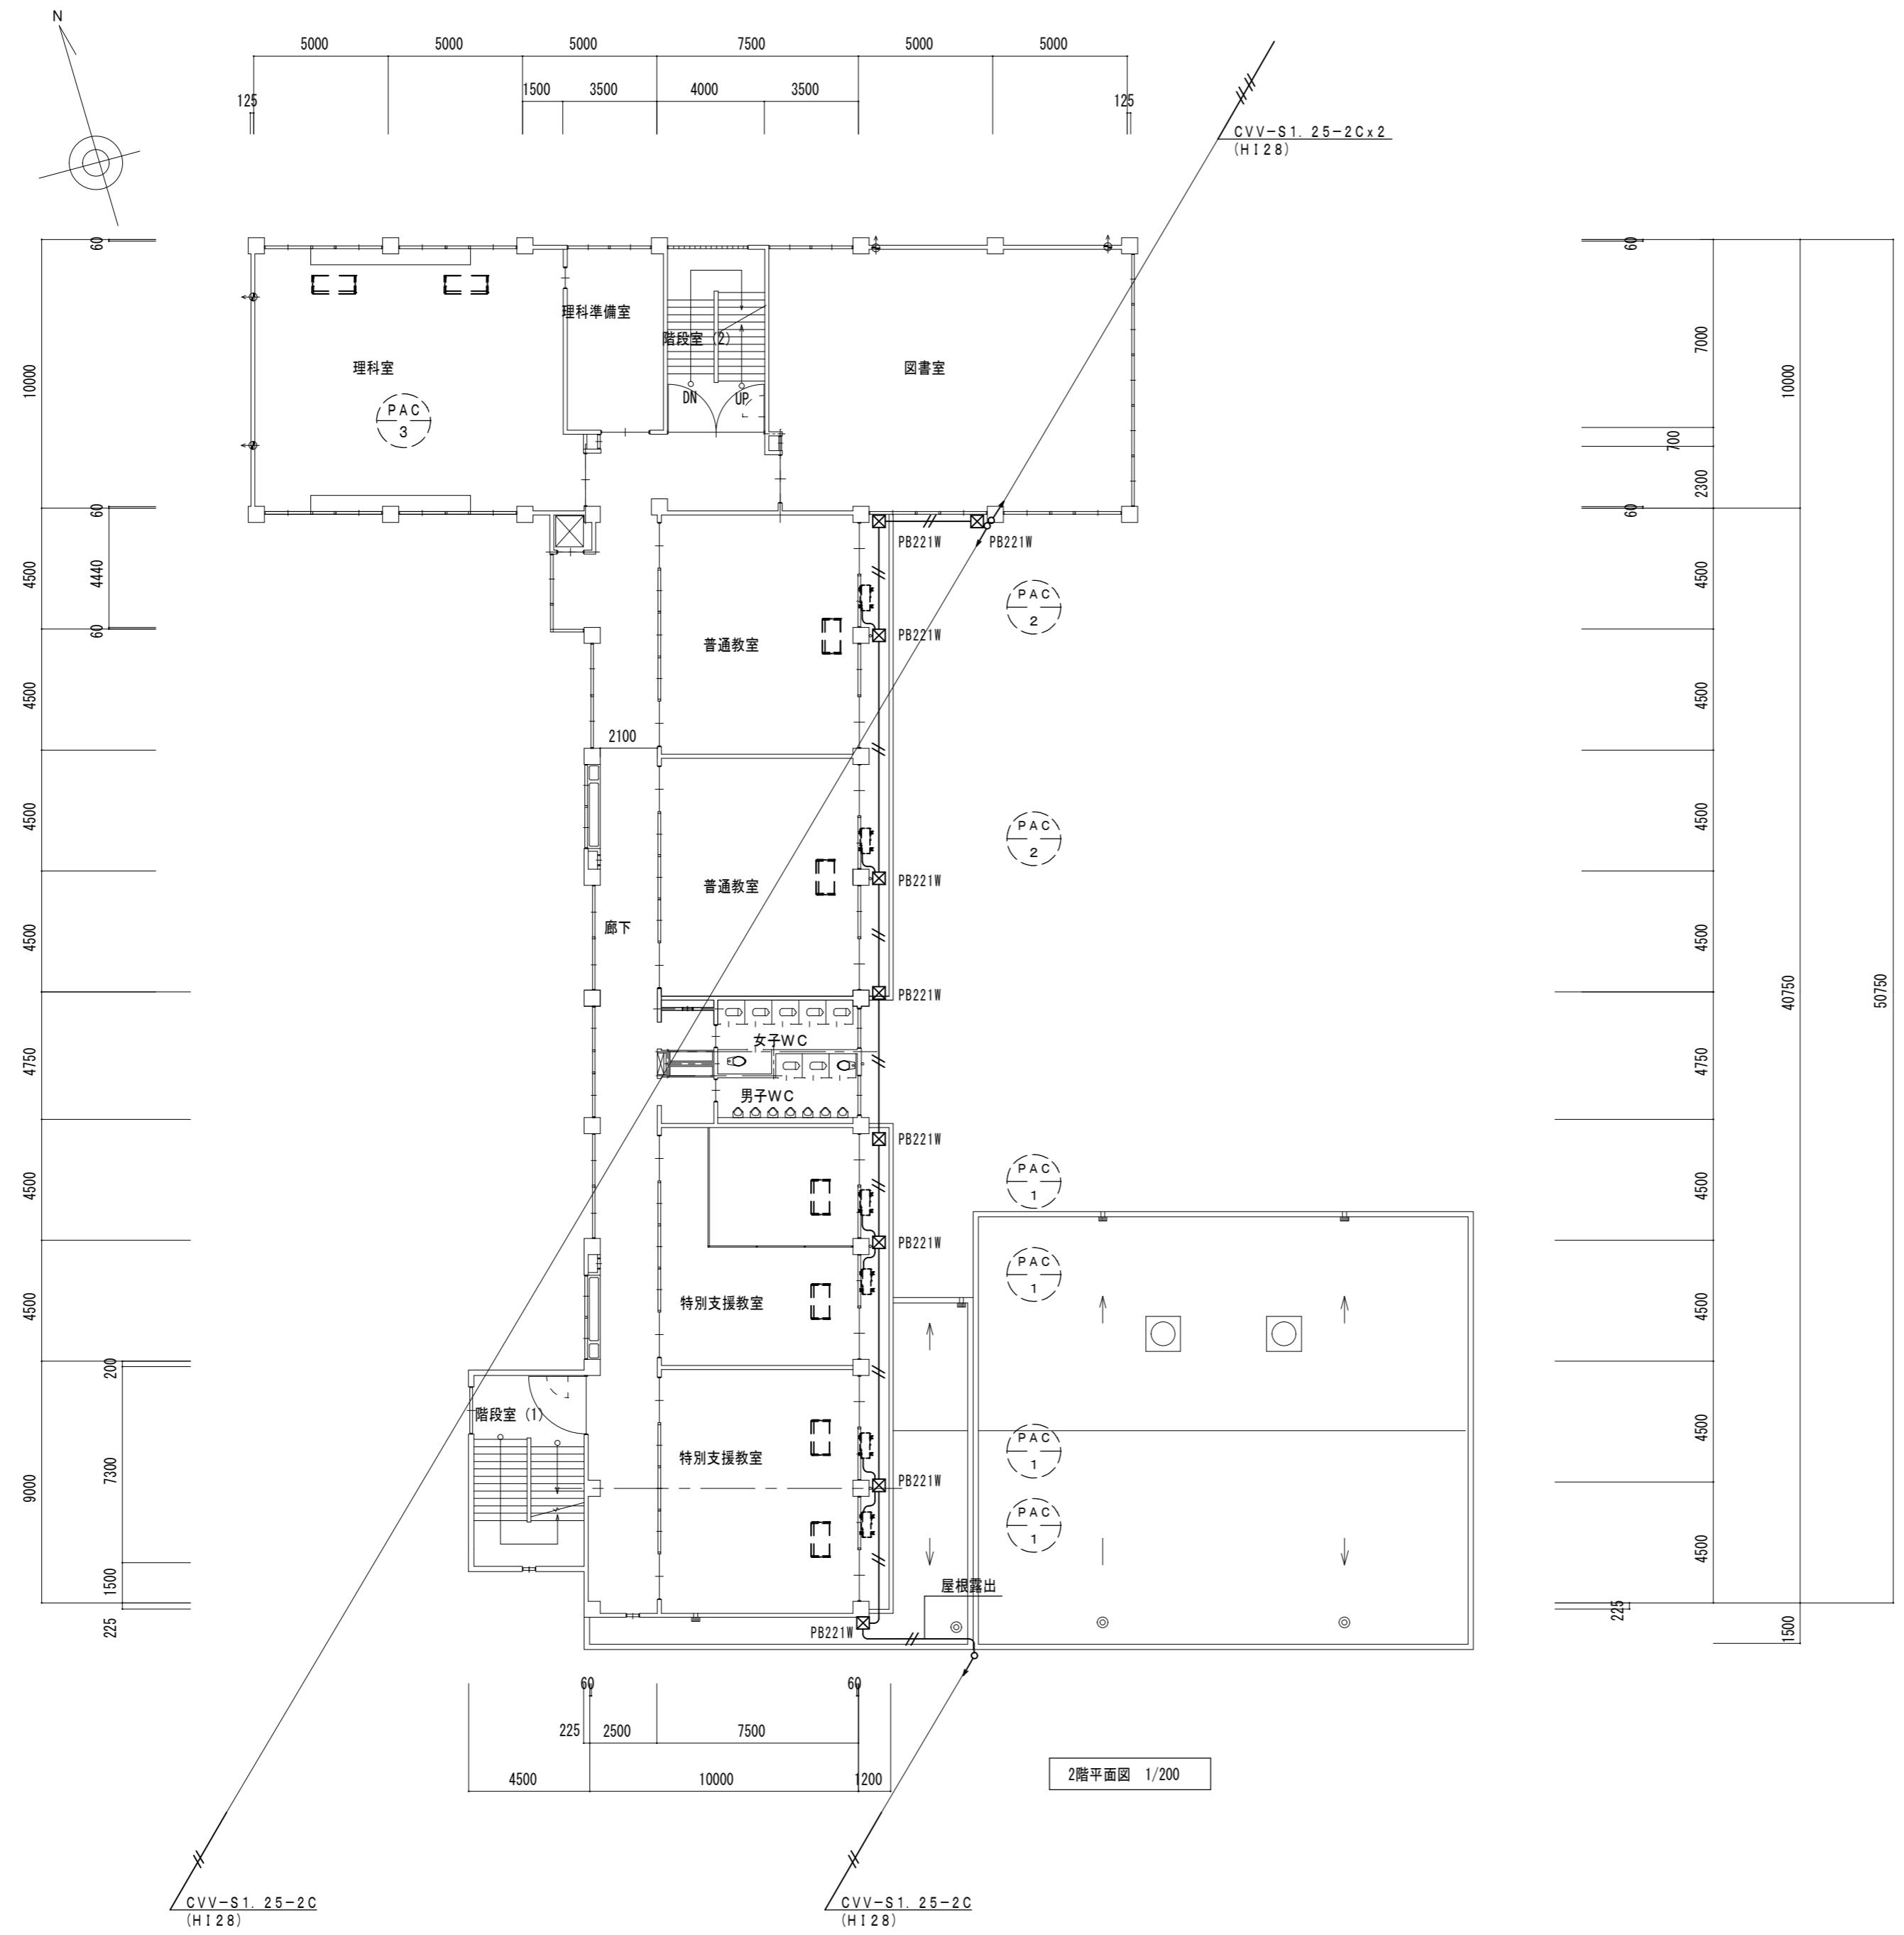

凡例 (参考)

SC	集中管理リモコン
//	VVF2.0-3C (1E)
///	CVV-S1. 25-2C (H128)
///	CVV-S1. 25-2Cx2 (H128)
(W)	1種金属線び
(W)	同上コーナーボックス
(W)	同上ジャンクションボックス
PB221W	PB2: 200X200X100 (SUS WP)
PB322W	PB3: 300X300X200 (SUS WP)
PB	PB3: 300X300X200 (SS)

二重天井内はケーブルこうがし配線とし、コンクリート部及び壁立下り部は電線管 (P.F.) にて保護とする。  
屋外露出部は、電線管 (H128) にて保護とする。  
屋上配管で1.5mを超える場合は伸縮カッティングを取り付けること。  
屋上配管支持ブロックは、ゴムベース付とする。

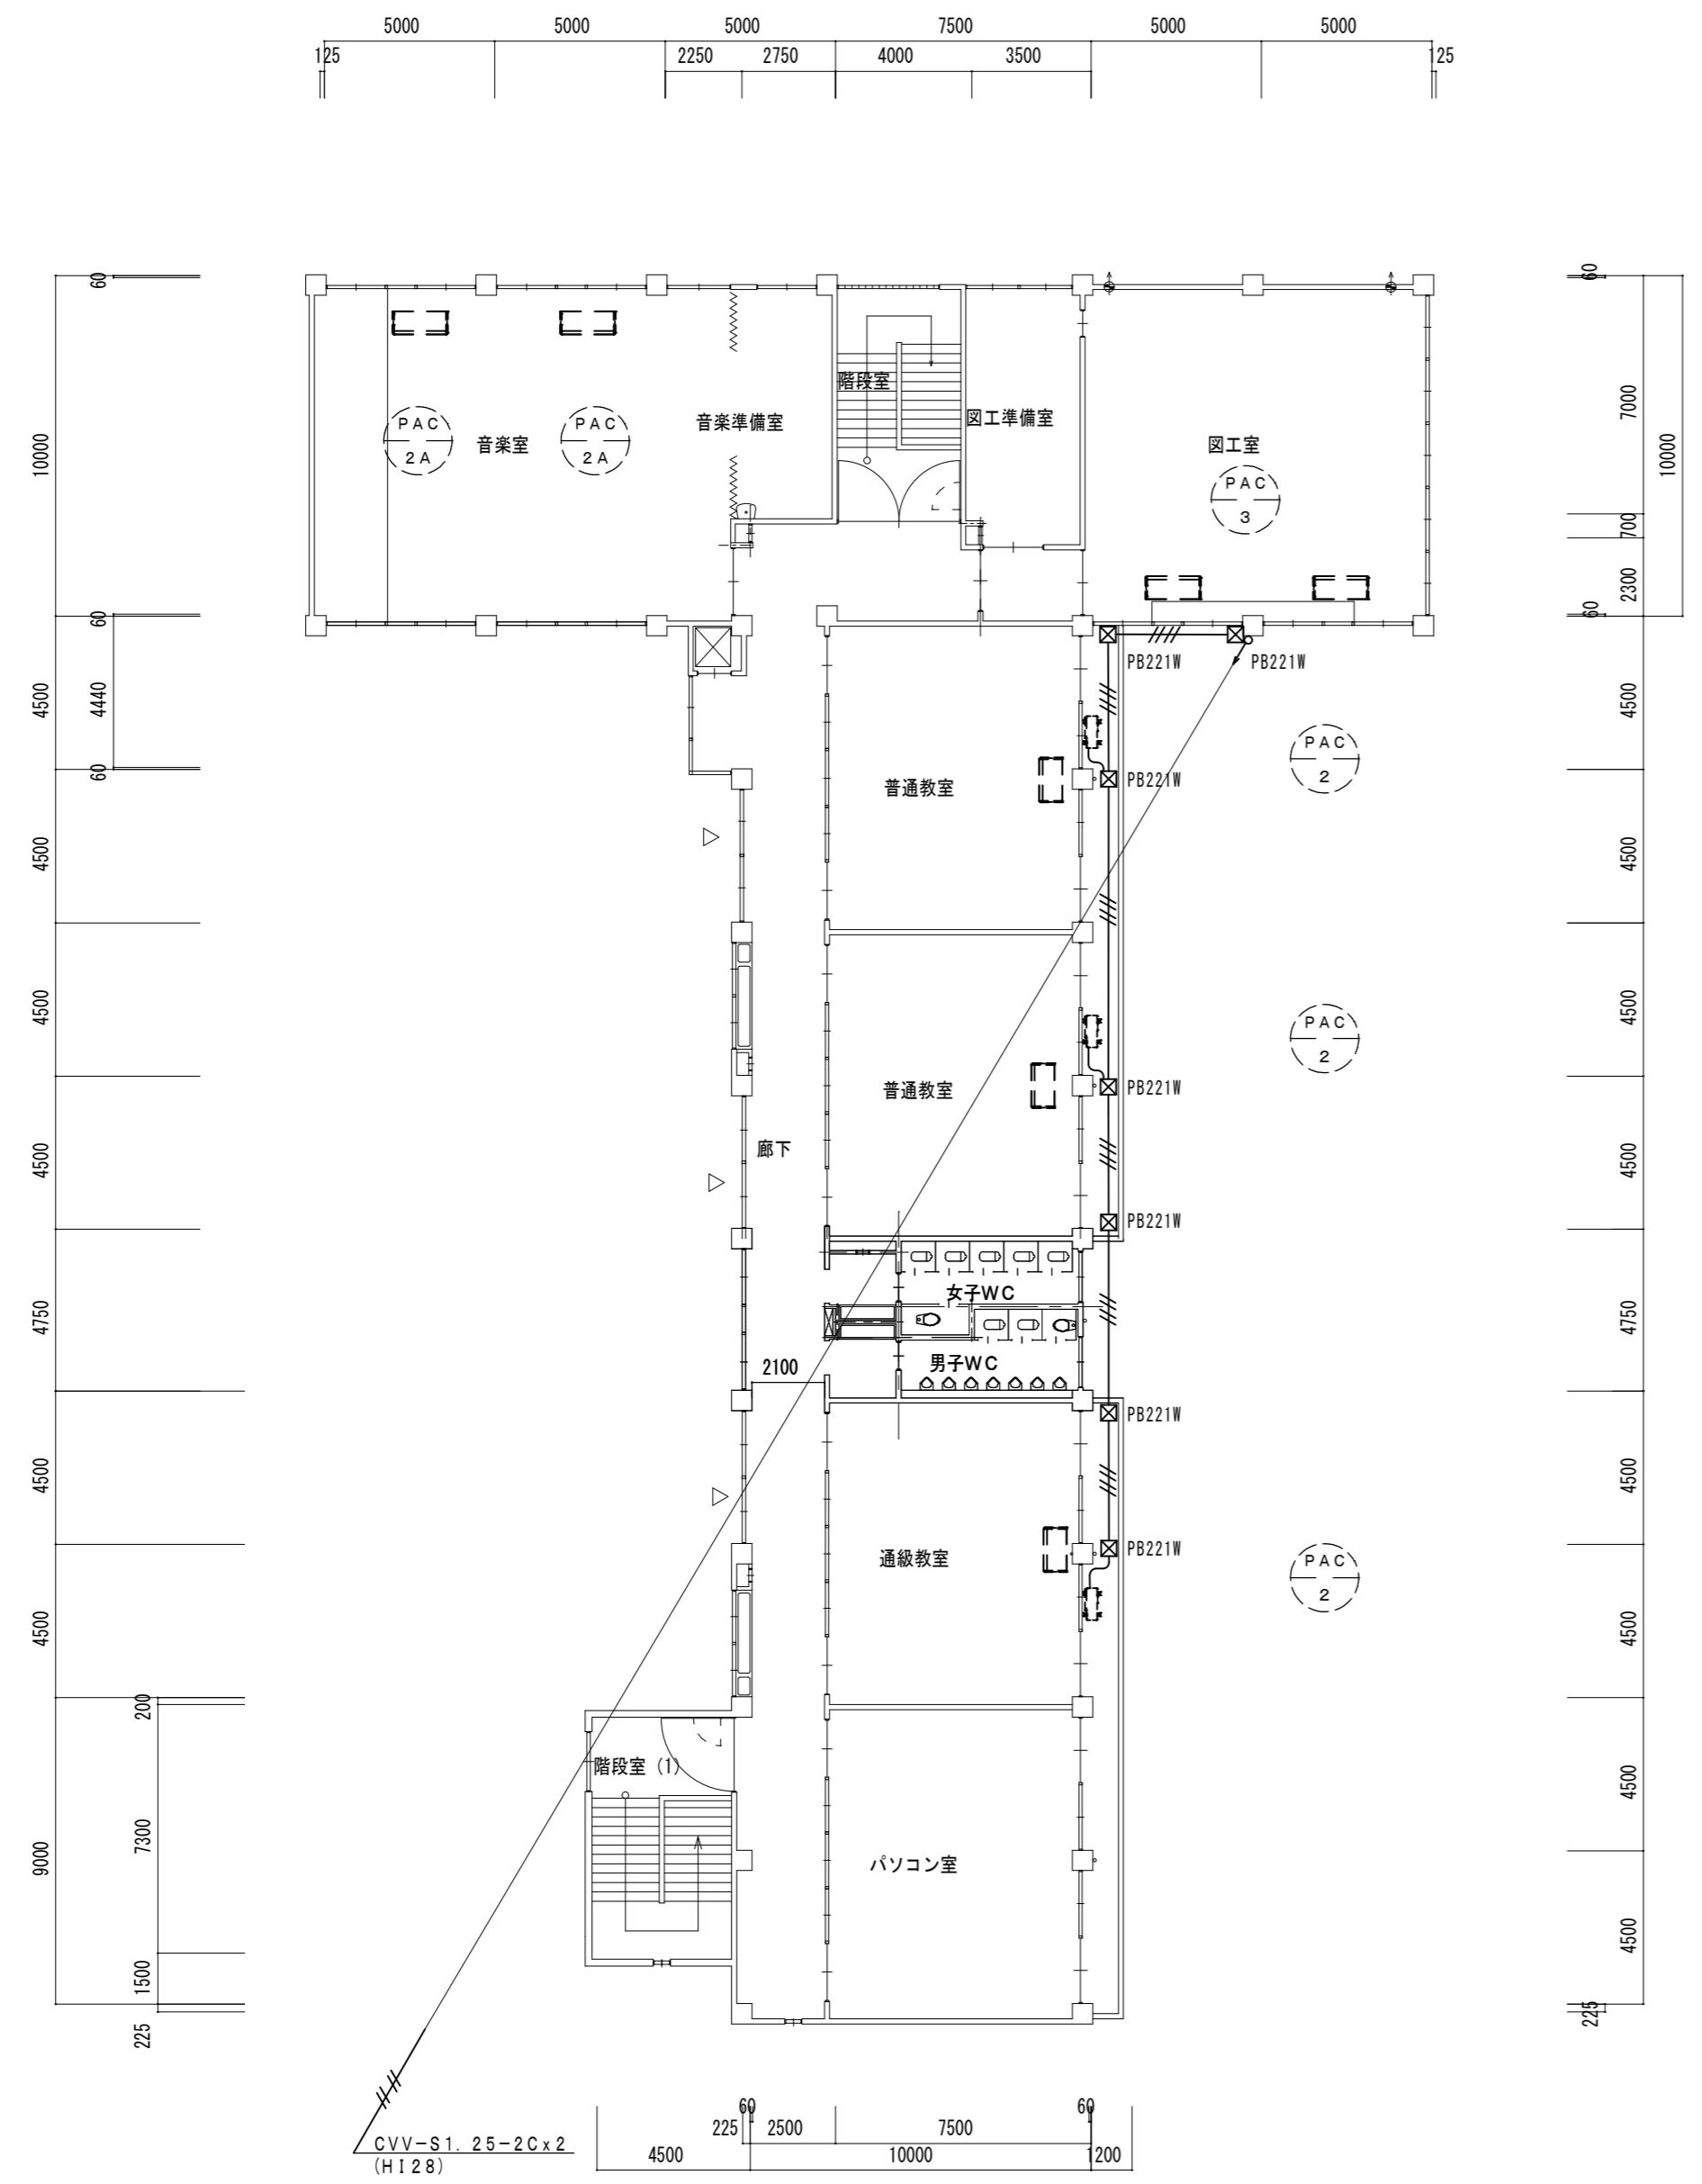


3階平面図 1/200

凡例 (参考)	
図中記入なき配線は下記とする。	
[SC]	集中管理リモコン
—△—	VVF2. 0-3C (1E)
—//—	CVV-S1. 25-2C (H128)
—///—	CVV-S1. 25-2Cx2 (H128)
(W)	1種金属線び
(MC) □	同上コーナーボックス
(MJ) □	同上ジャンクションボックス
PB221W	PB2: 200X200X100 (SUS WP)
PB332W	PB3: 300X300X200 (SUS WP)
PB3	PB3: 300X300X200 (SS)
二重天井内はケーブルころがし配線とし、コンクリート部及び壁立下り部は電線管 (P.F.) にて保護とする。	
屋外露出部は、電線管 (H128) にて保護とする。	
屋上配管で1.5mを超える場合は伸縮カッピングを取り付けること。	
屋上配管支持ブロックは、ゴムベース付とする。	

※注記

株式会社 中部都市建築設計事務所  
1級建築士大臣登録番号143379  
TEL: 059-226-0139 FAX: 059-226-5115  
伊藤 公



工事名	原図	
津市立村主小学校 普通教室等空調設備設置工事	A 2	
図面名	縮尺	図面番号
空調制御設備 3階平面図	A2:S=1/200	M-10

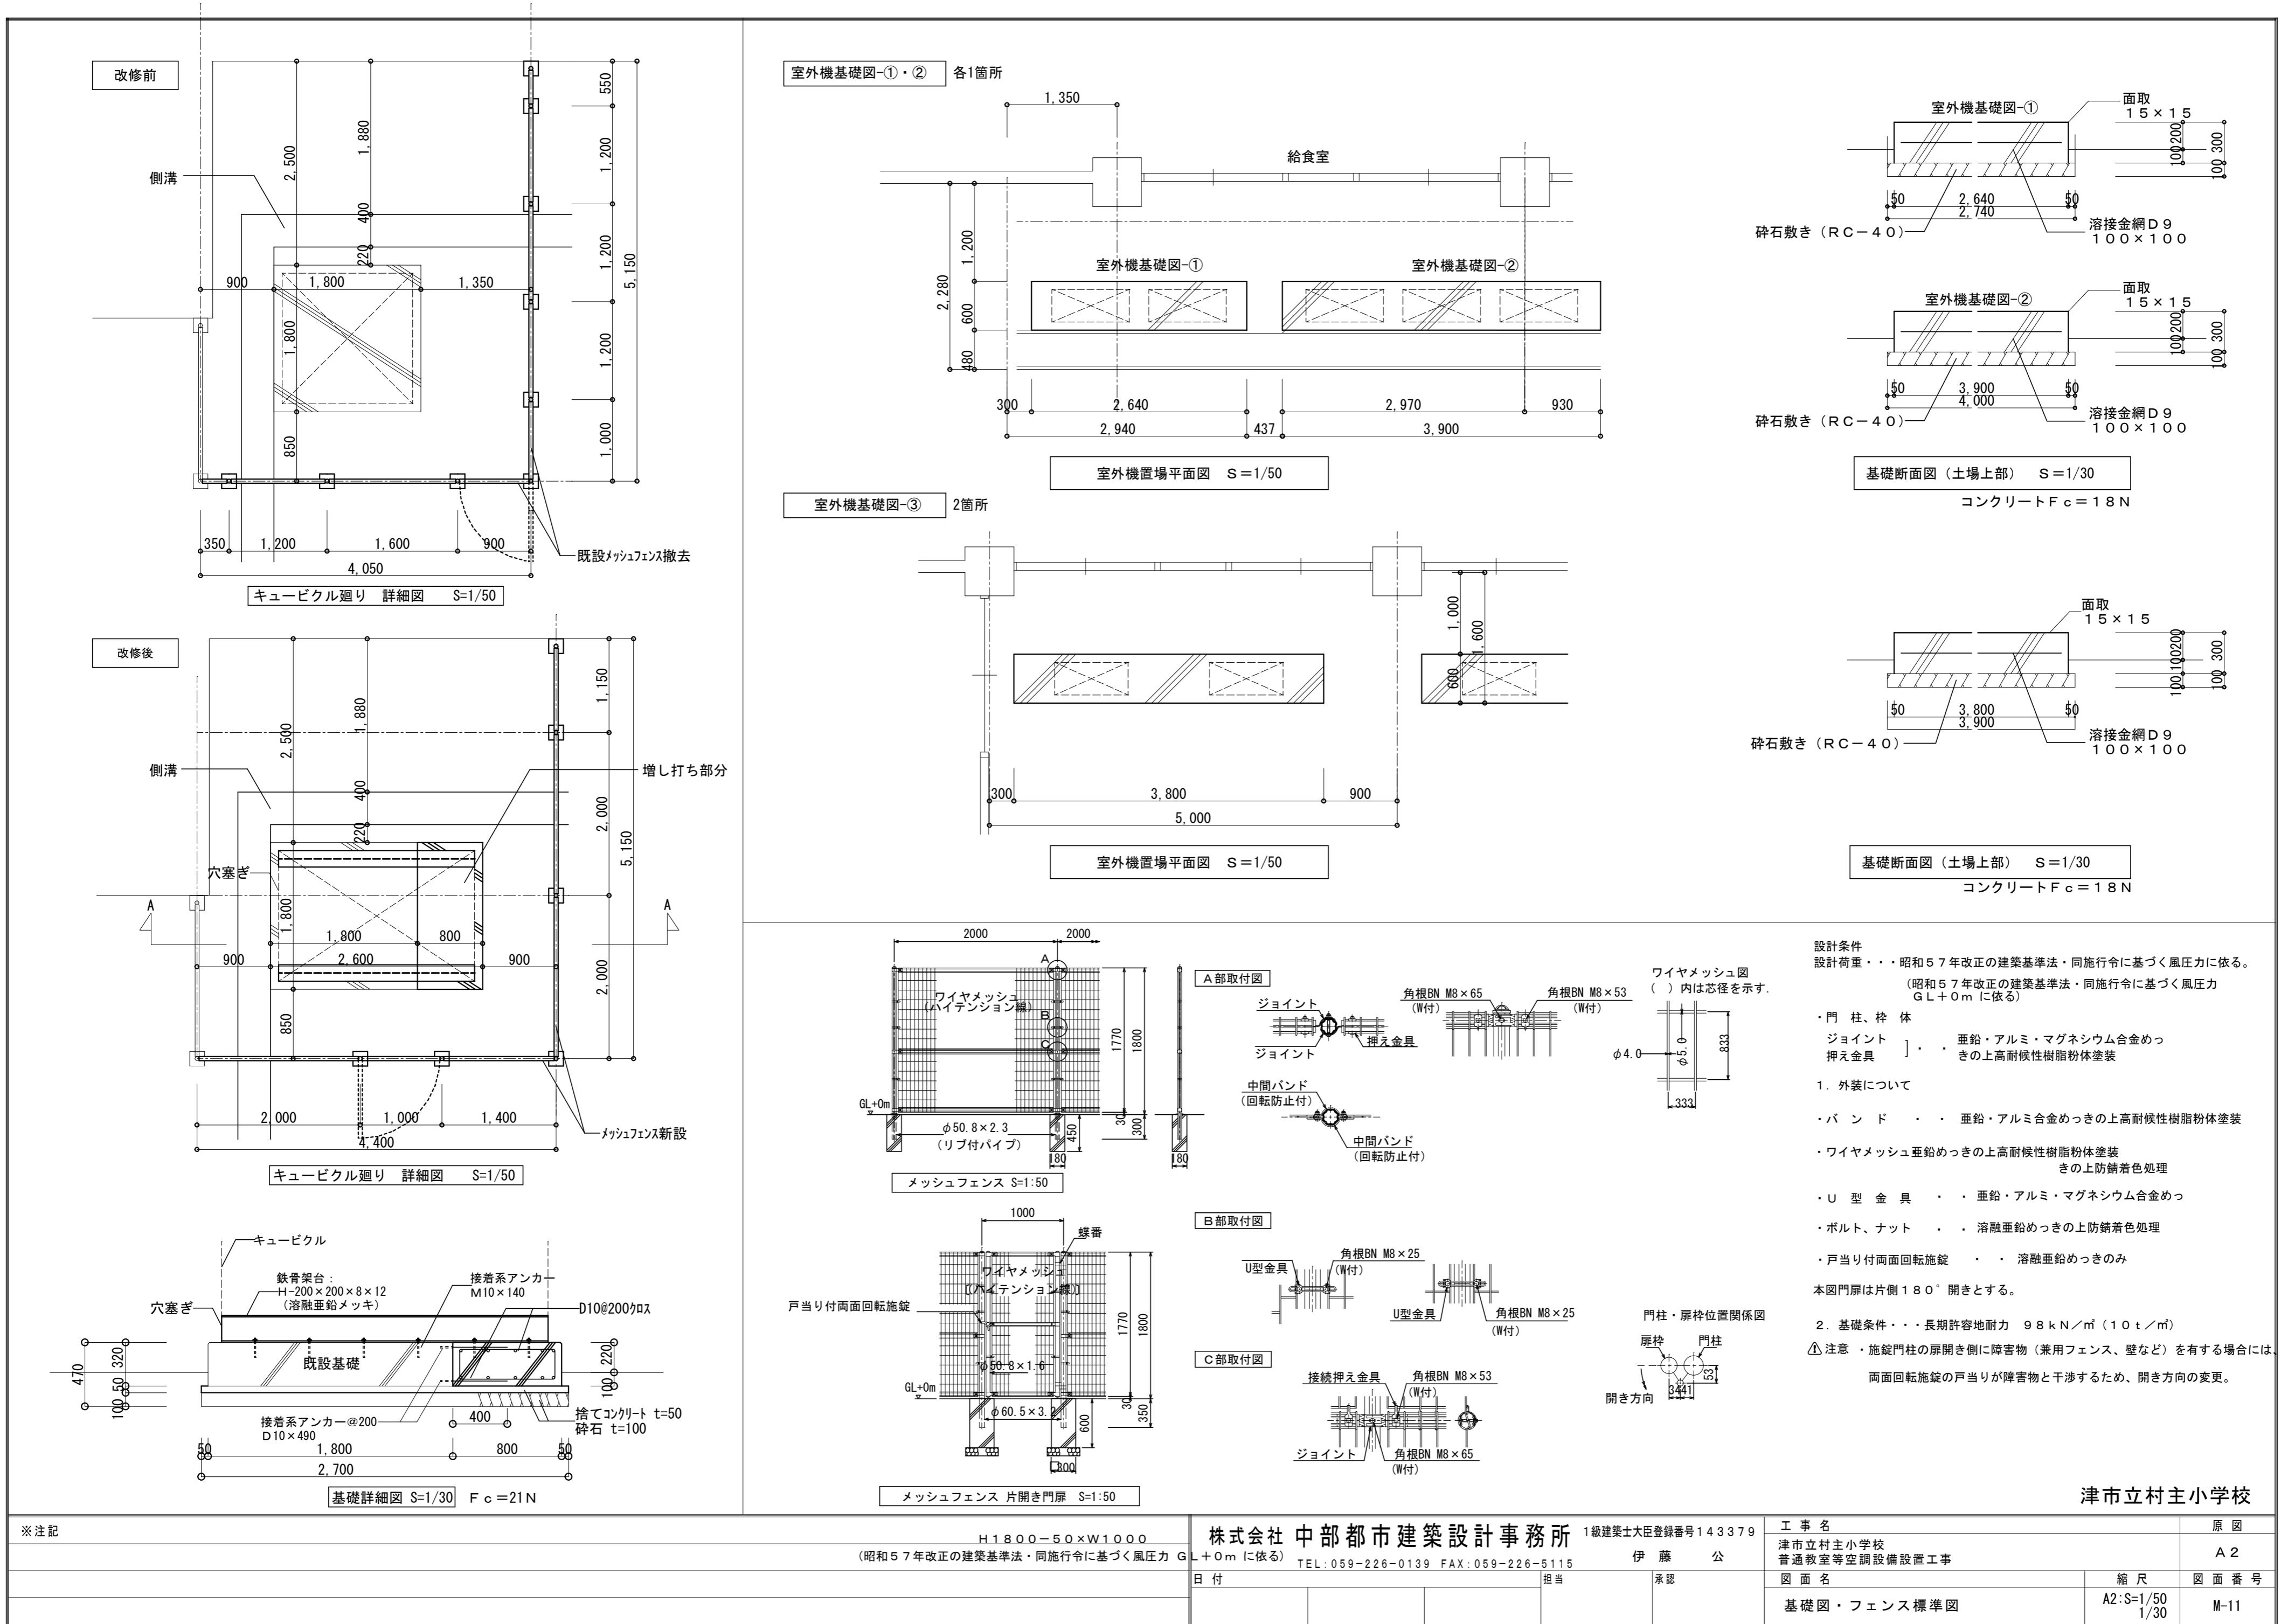







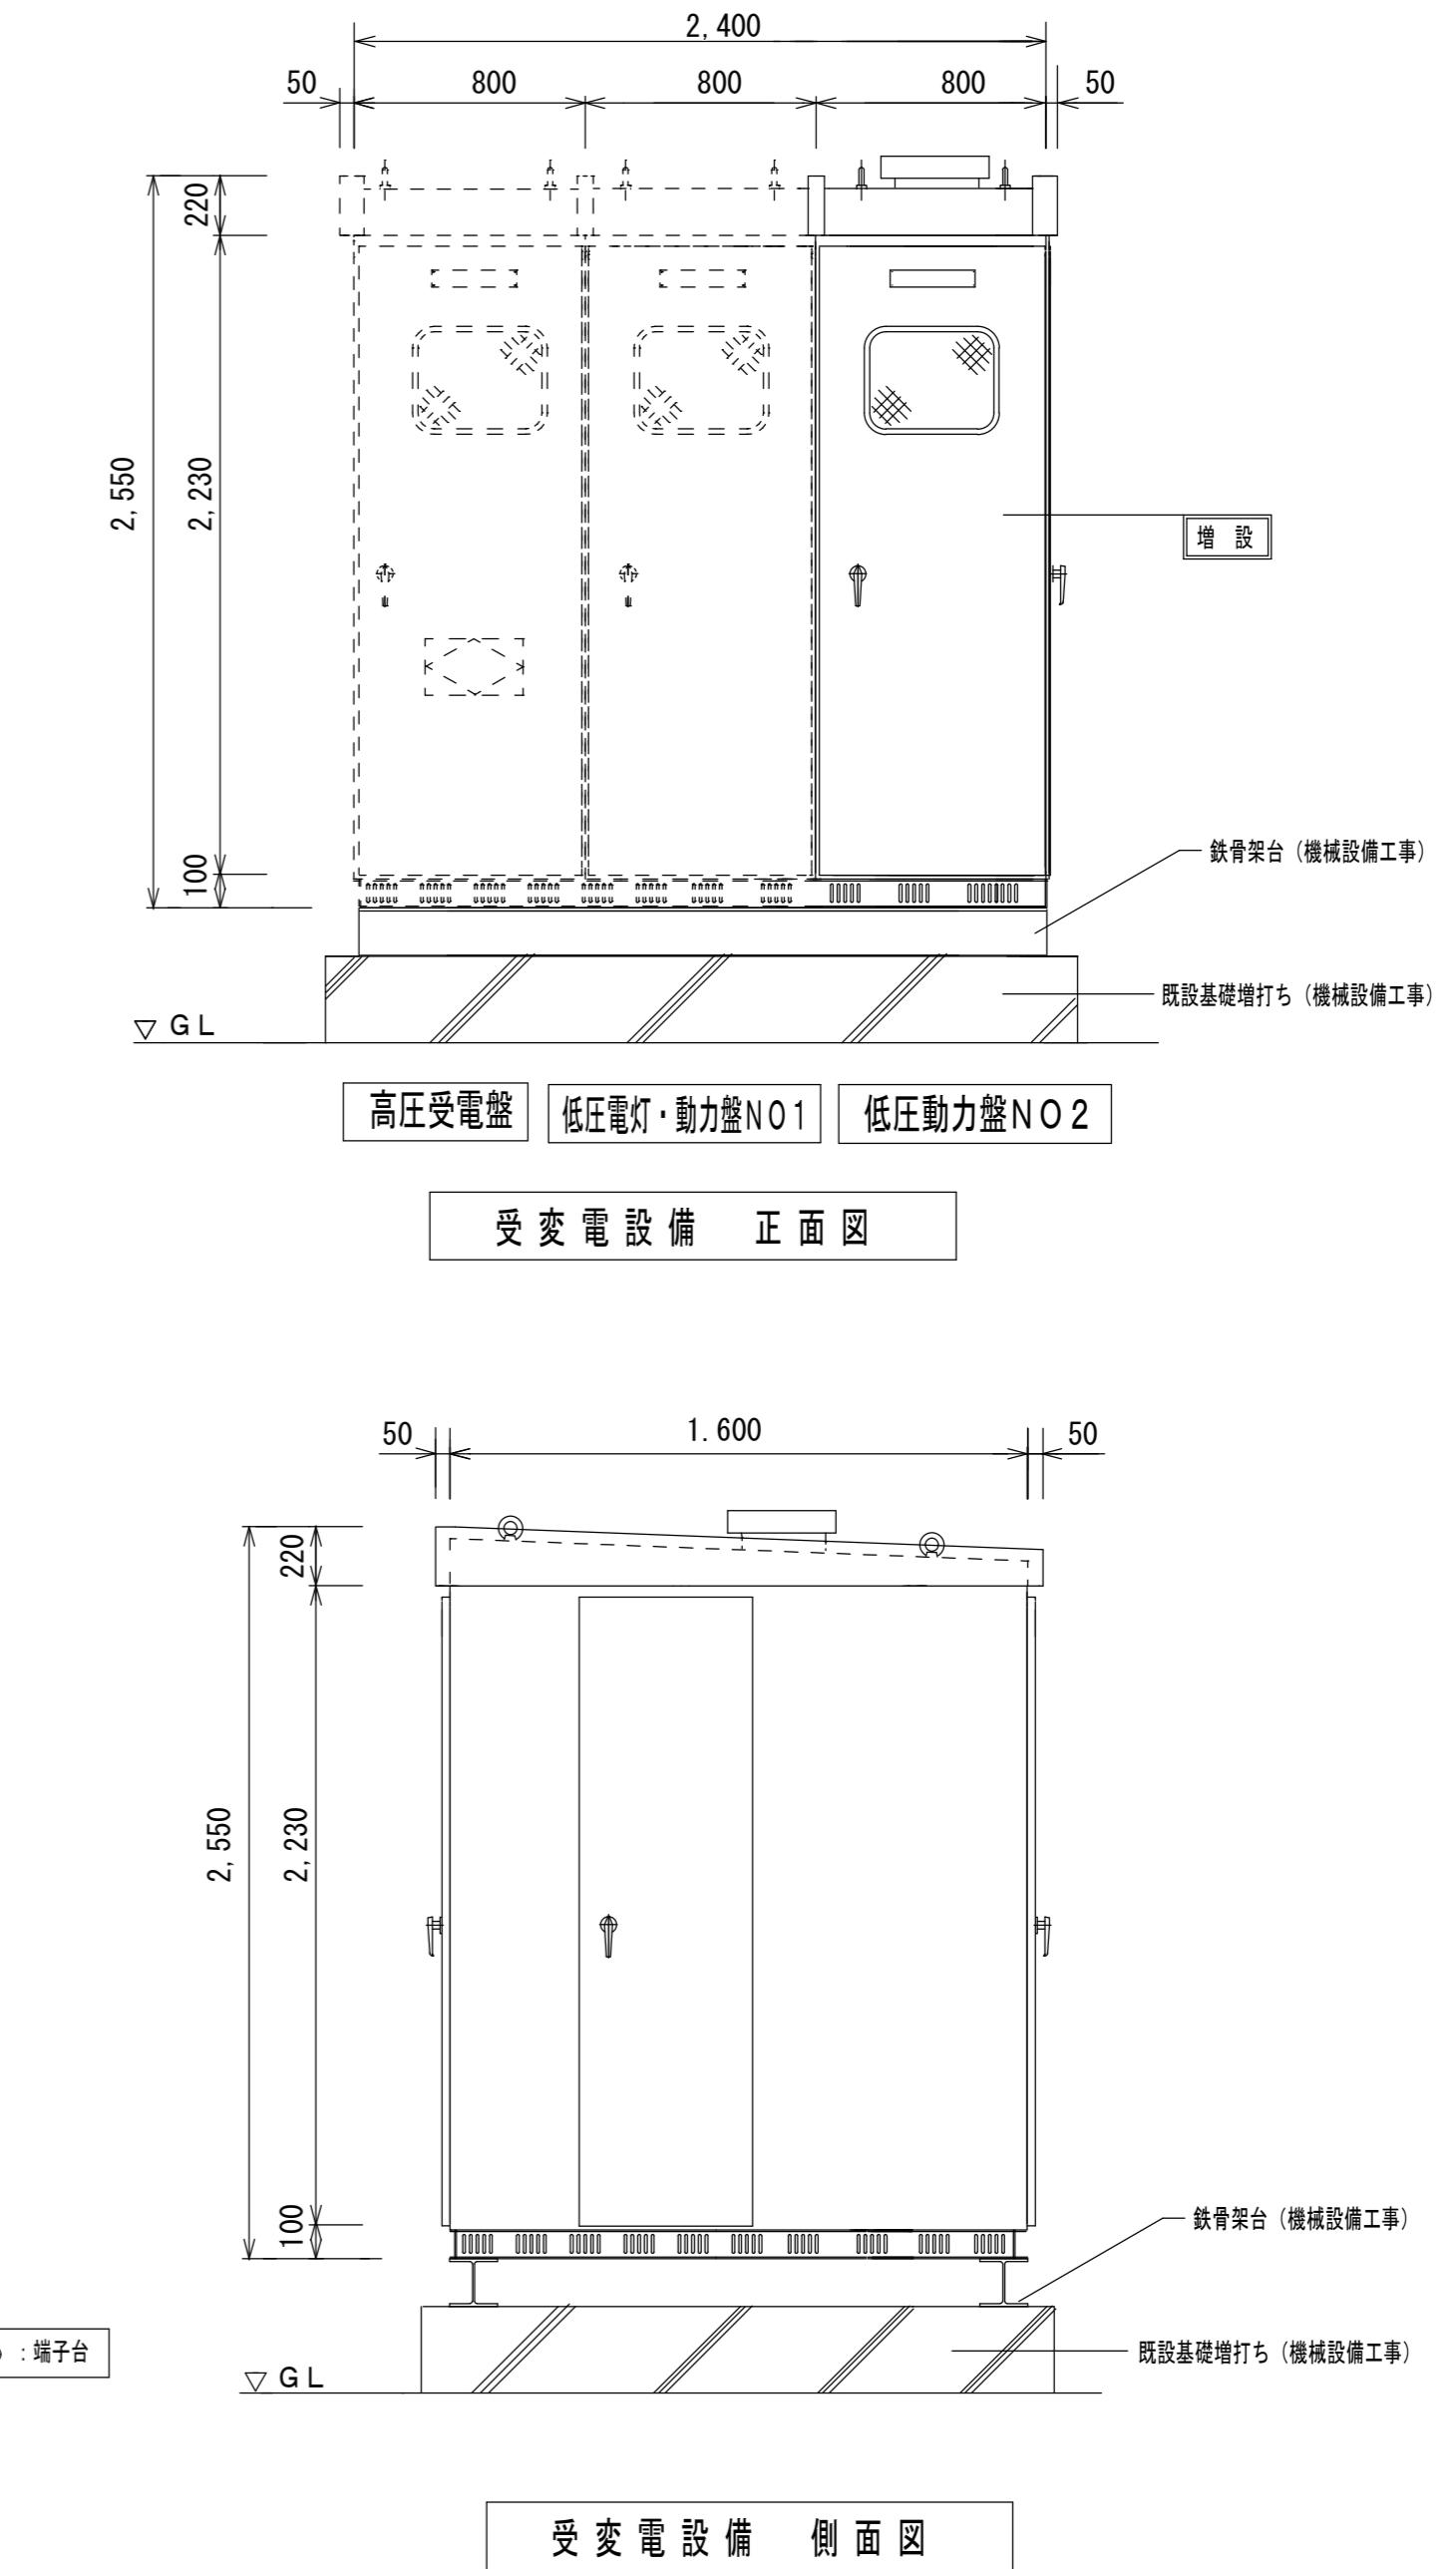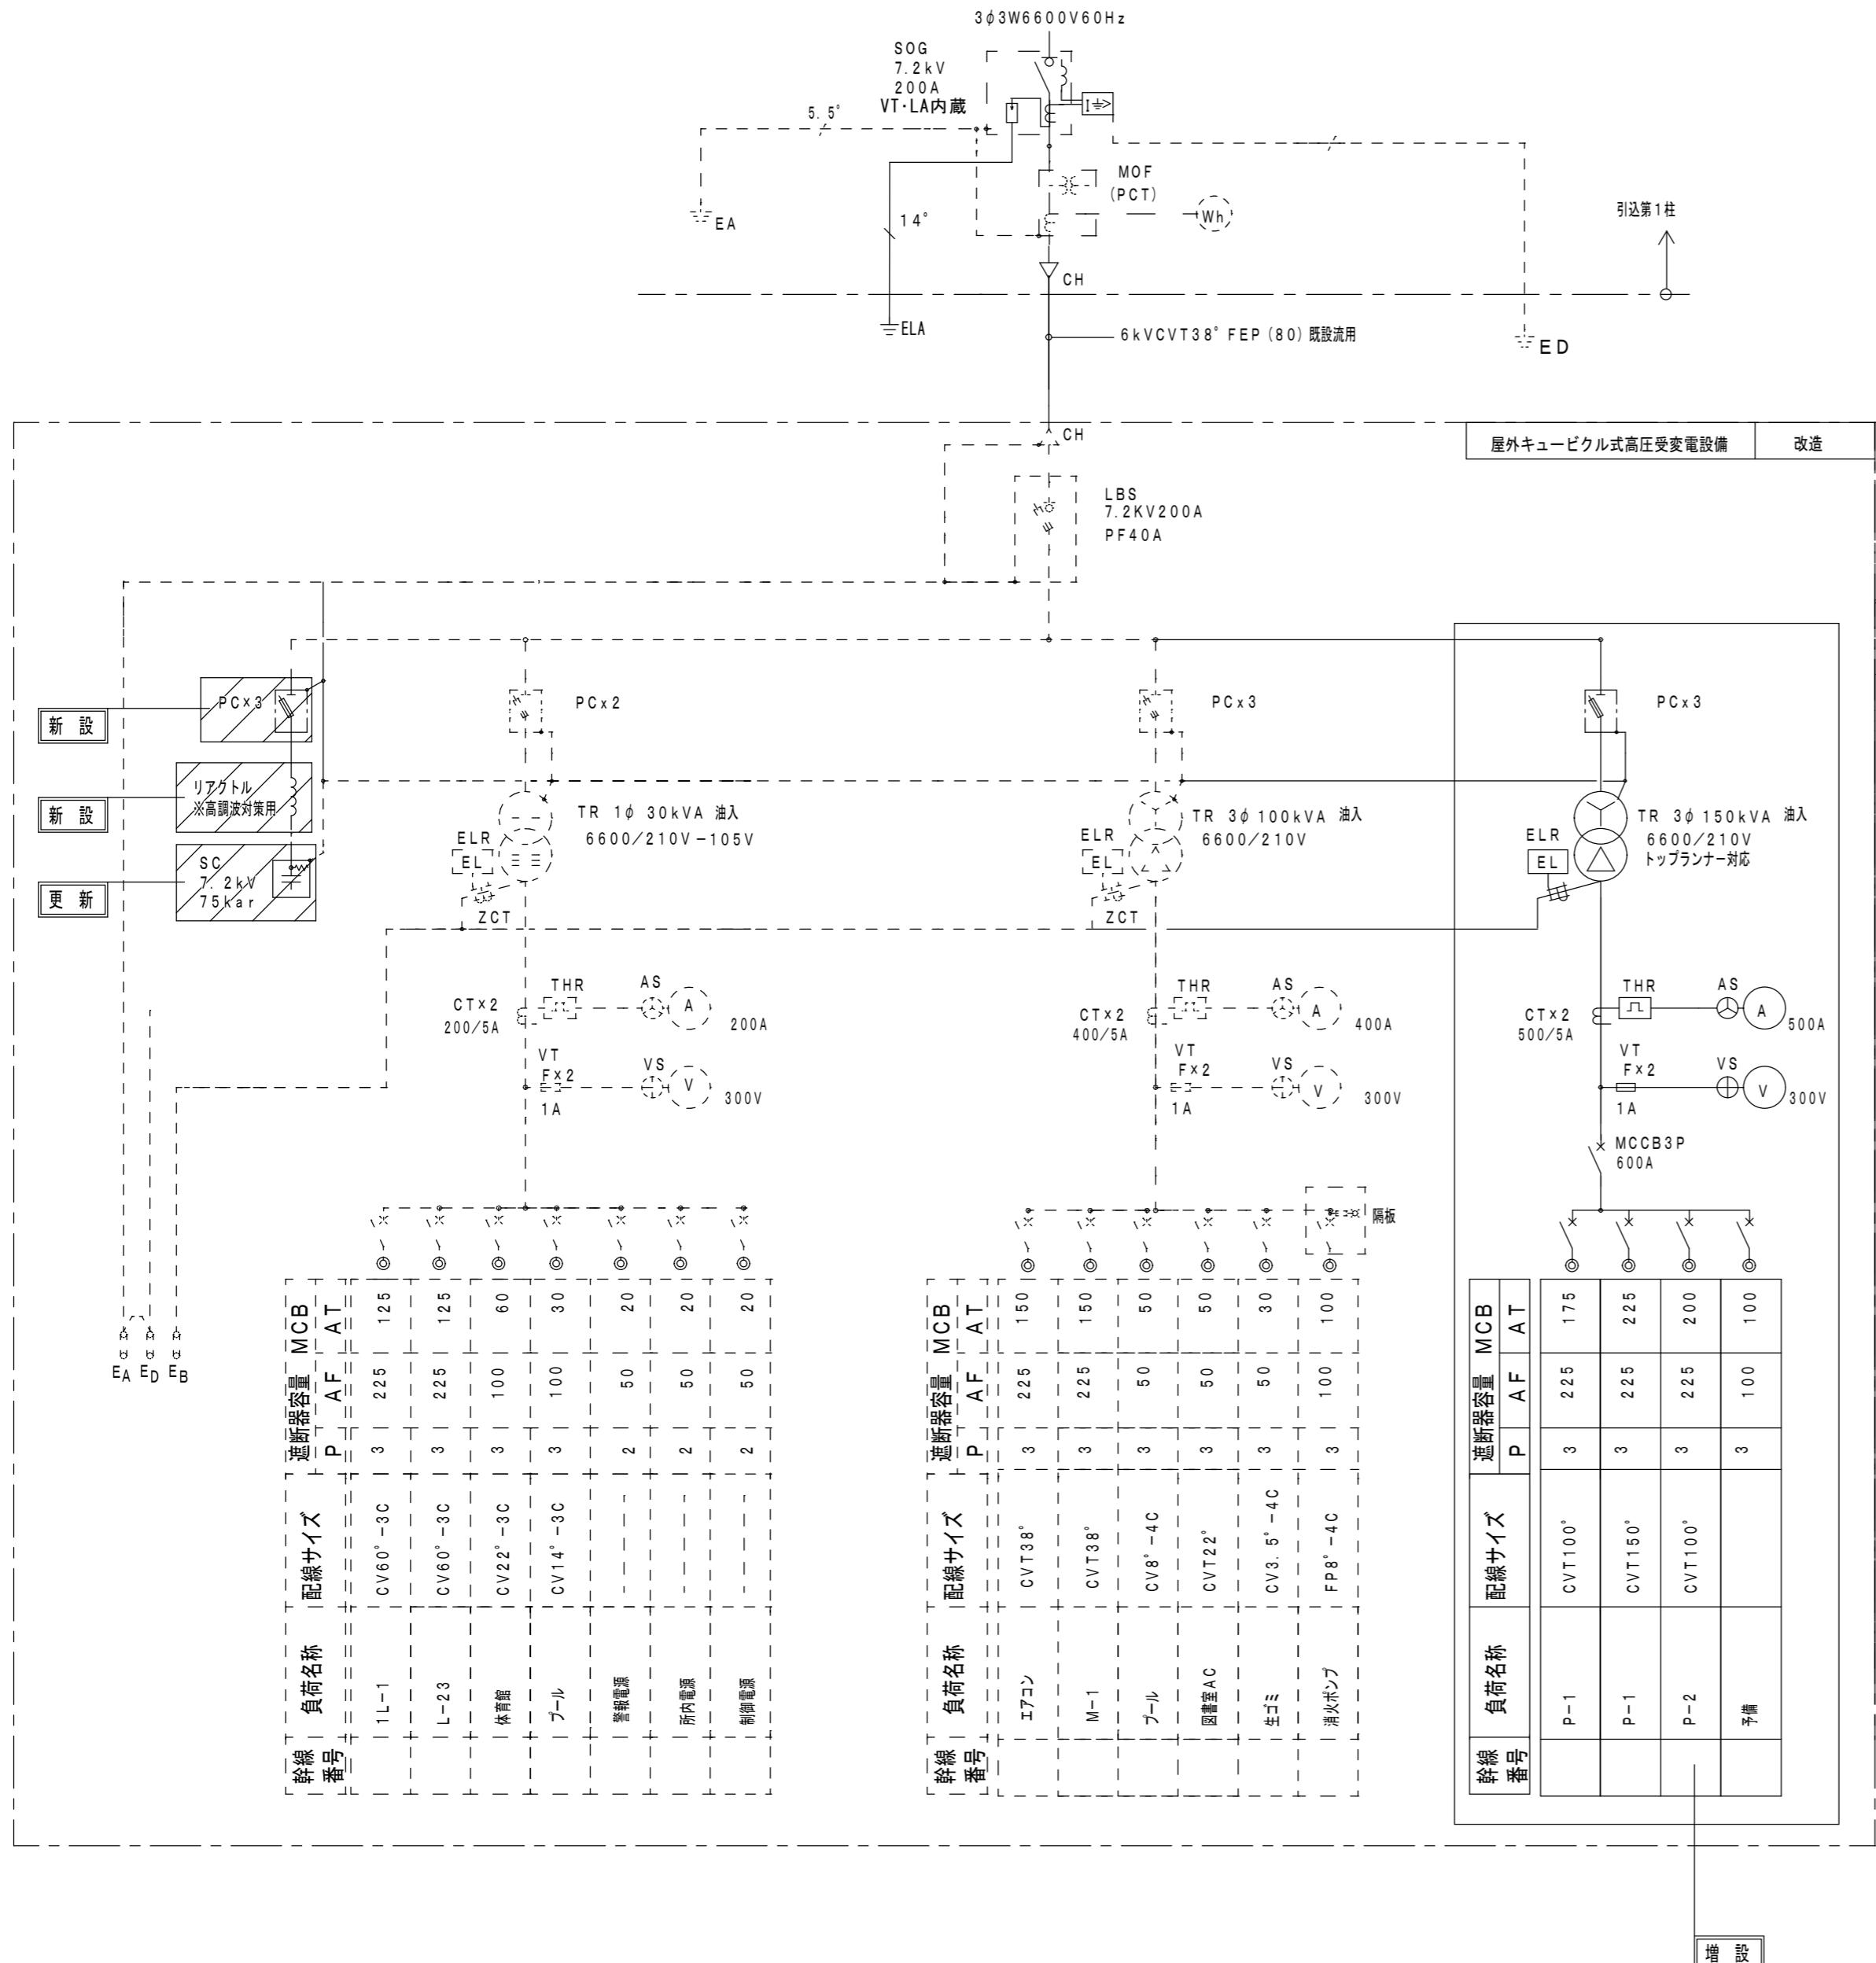

※注記

株式会社 中部都市建築設計事務所

TEL: 059-226-0139 FAX: 059-226-5115

1級建築士大臣登録番号 143379

伊藤 公

日付

担当


承認

工事名  
津市立村主小学校  
普通教室等空調設備設置工事

原図  
A 2

図面名  
受変電設備 高圧単線結線図

縮尺  
A2-S-NON  
E-01

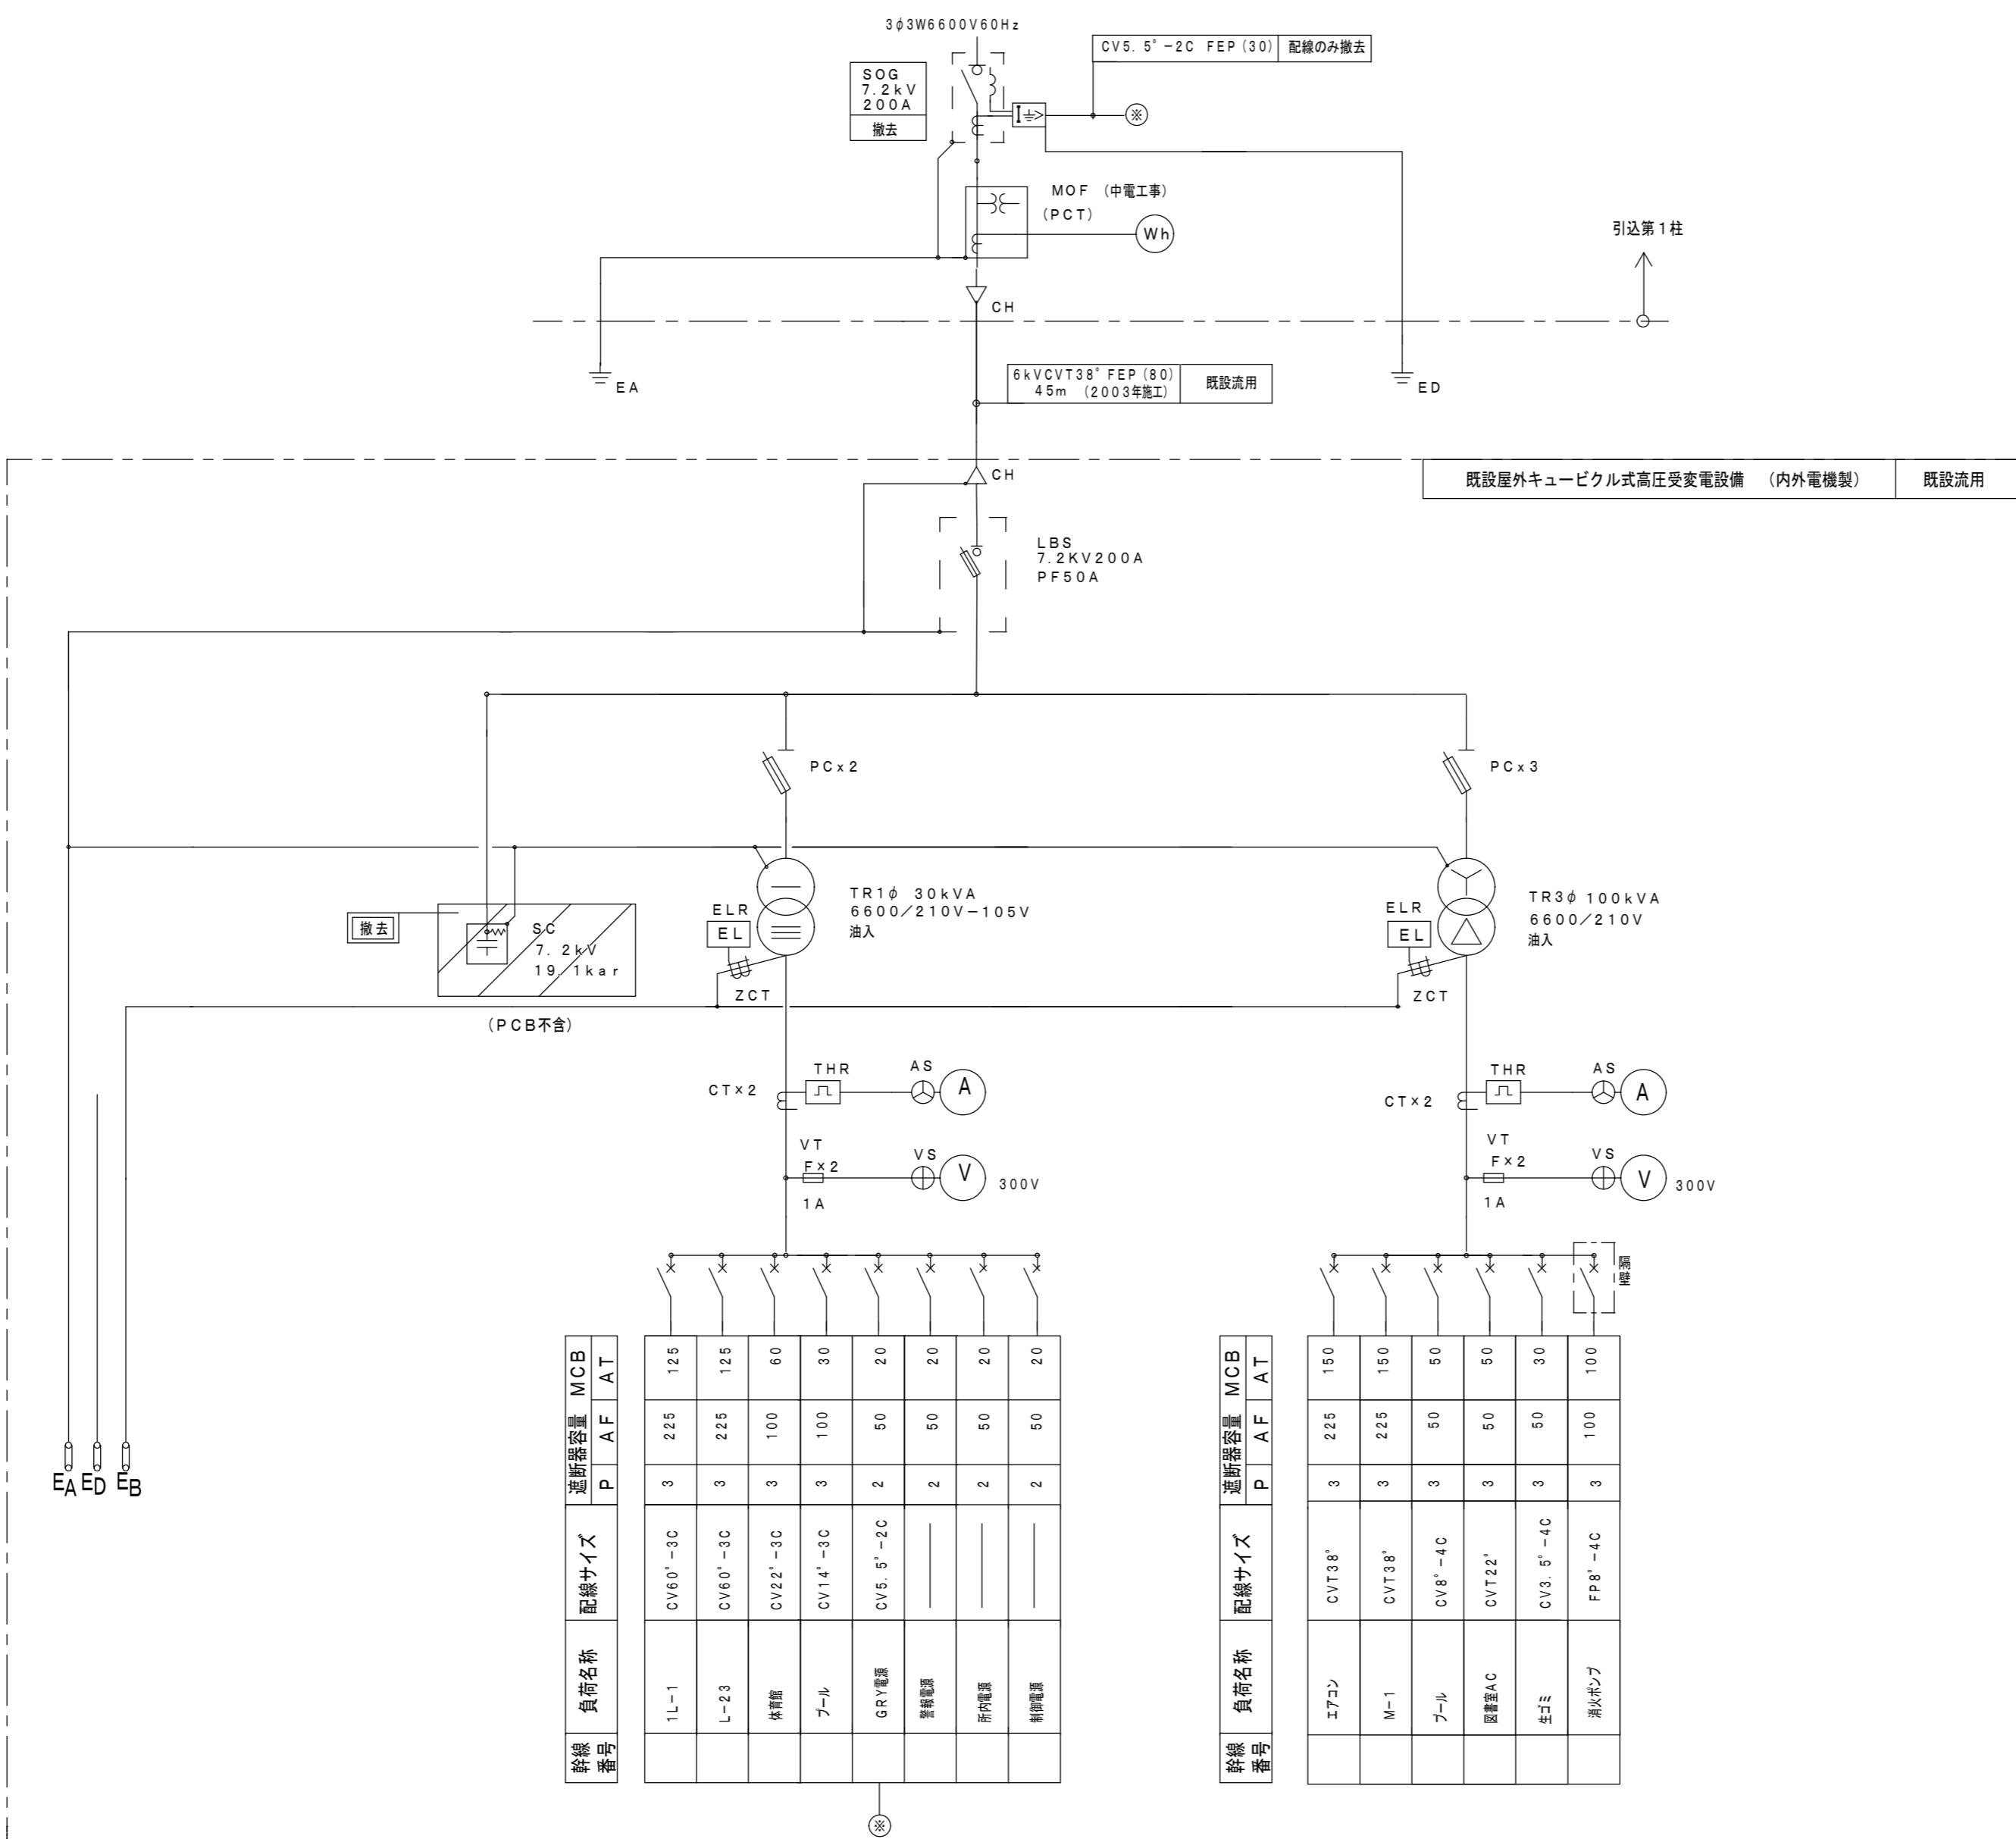


※PCB不含機器は、PCB含有検査により不含確認し、適正に処分すること。

津市立村主小学校


※注記	株式会社 中部都市建築設計事務所	1級建築士大臣登録番号143379		工事名	原図
		TEL: 059-226-0139	FAX: 059-226-5115	津市立村主小学校 普通教室等空調設備設置工事	
日付	担当	承認	図面名	縮尺	図面番号
			既設受変電設備 高圧単線結線図	A2:S:NON	E-02

受変電設備廻り 詳細図(現況) S=1/30

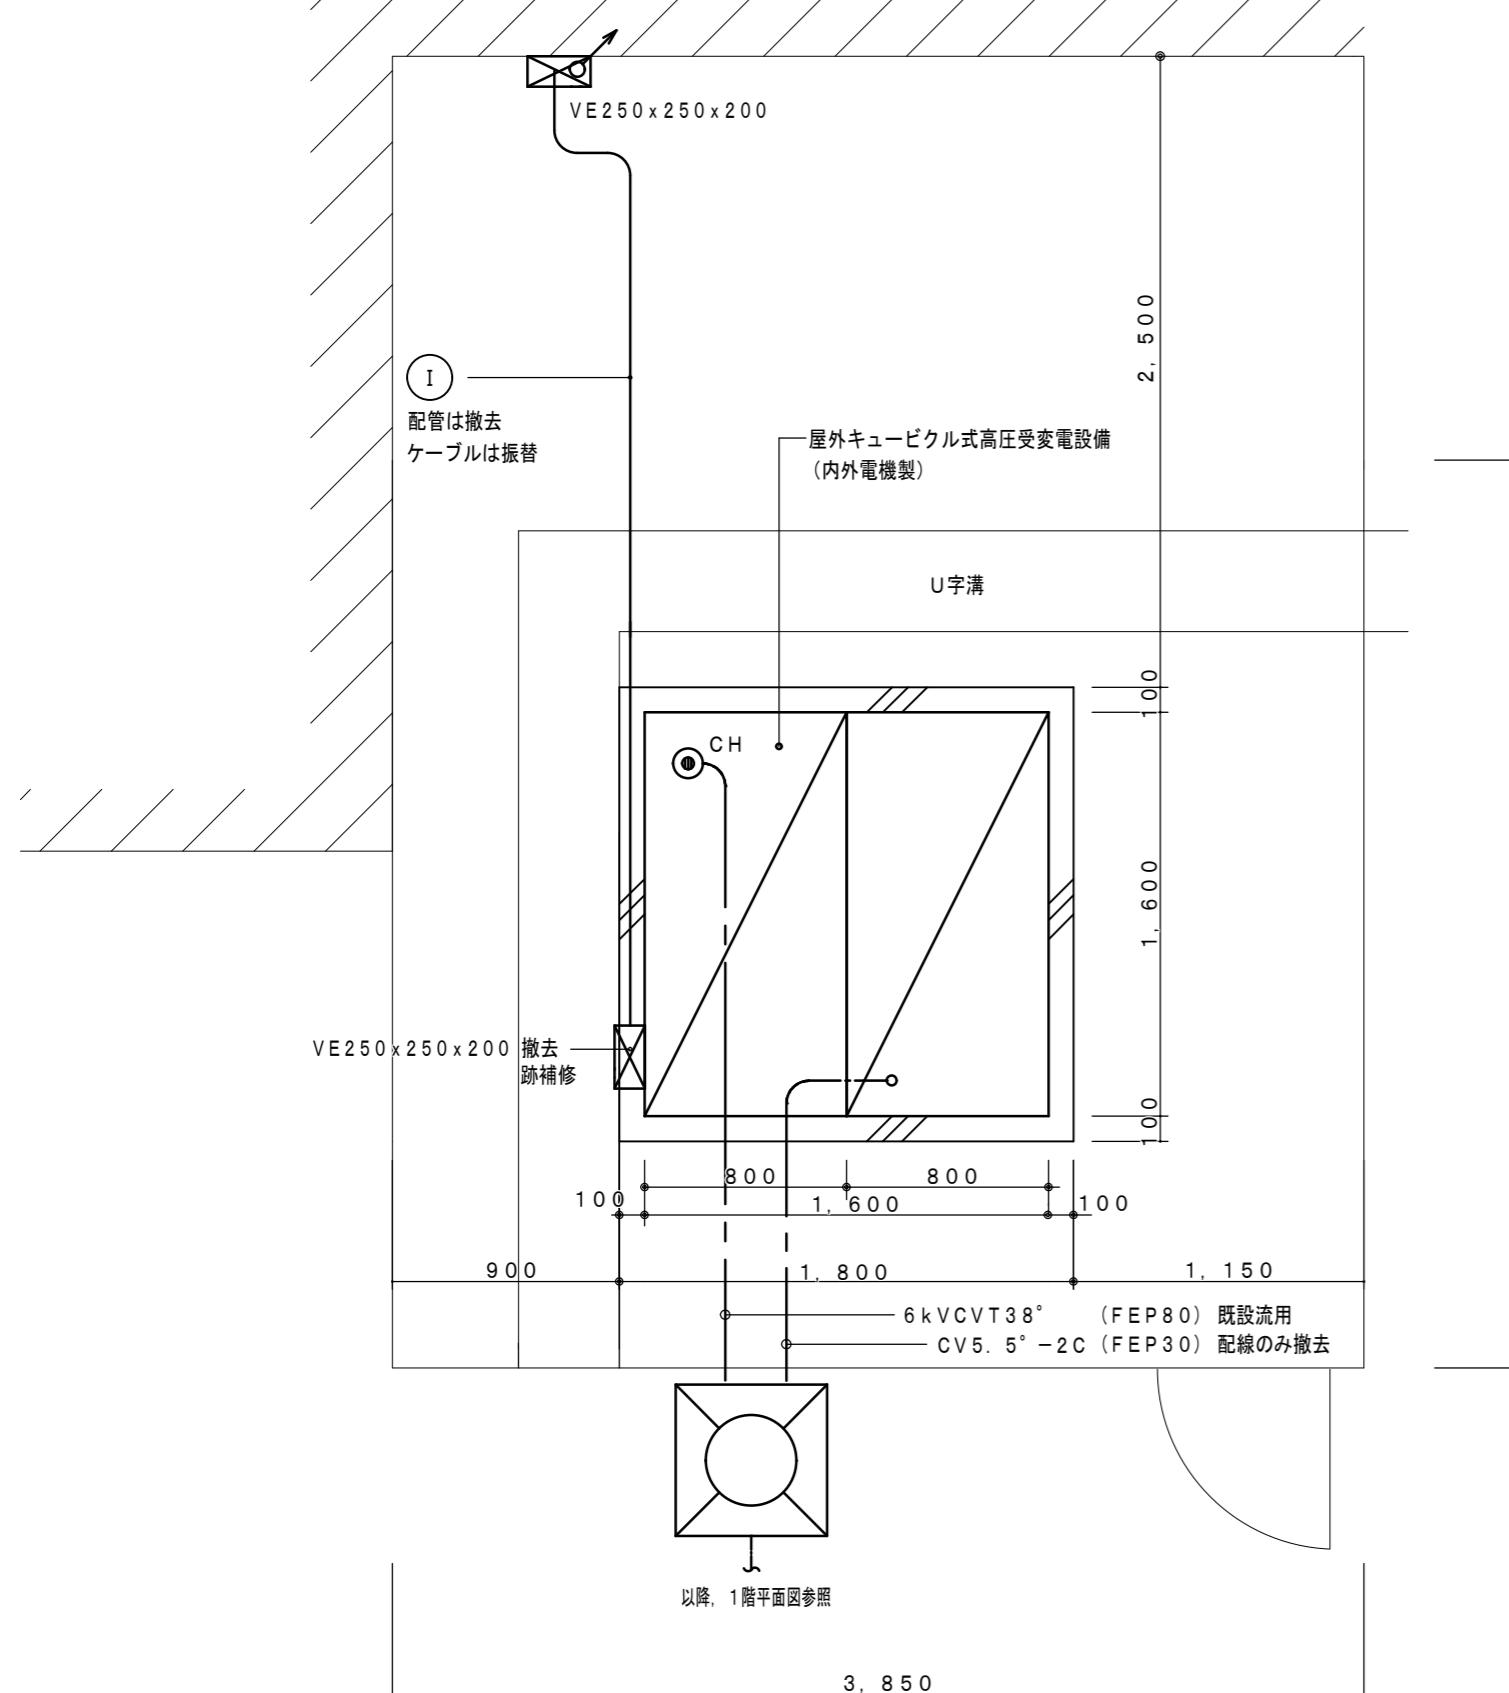

I	CVT 22° HIVE (42)	図書館AC
---	-------------------	-------

受変電設備廻り 詳細図(改修後) S=1/30

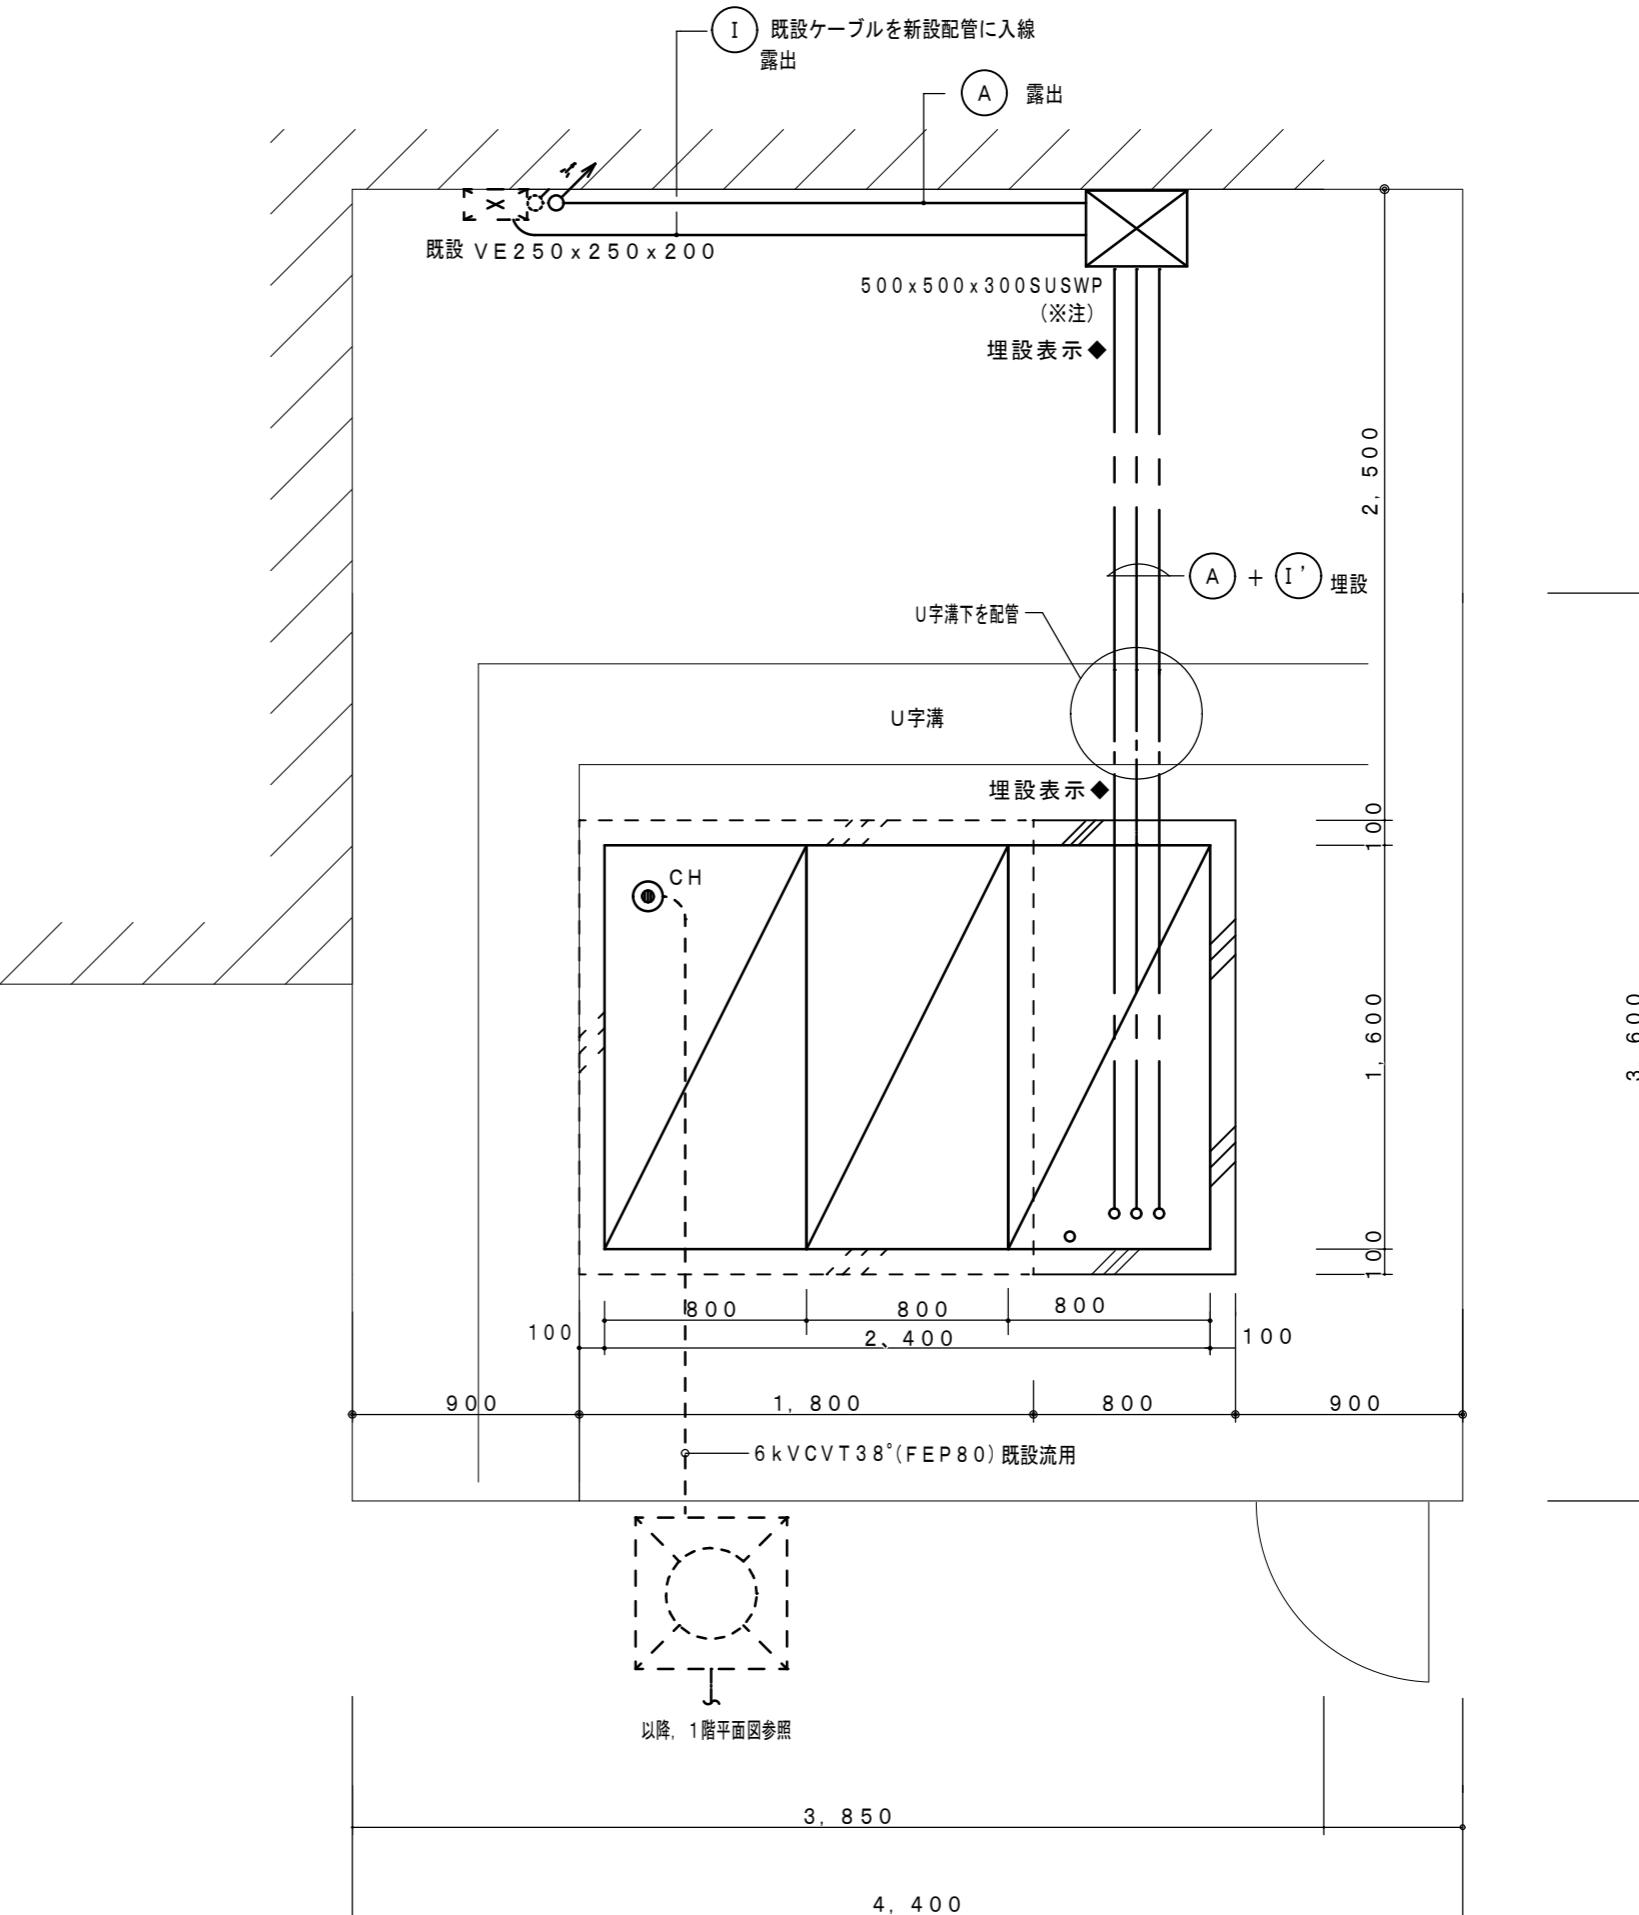

記号	ケーブル	埋設	露出
I	CVT 100° E 14	FEP (65)	H170
A	CVT 100° E 14	FEP (65)	H170
	CVT 150° E 22°	FEP (80)	H182
I'	CVT 22°	FEP (50)	H142

(※注)

(I)と(I')を接続

盤・機器等への接続は金属製可とう電線管(ビニル被覆防水)を使用すること  
キューピル増面に当たり、既設ごみ処理機を移設すること

津市立村主小学校

※注記

株式会社 中部都市建築設計事務所 1級建築士大臣登録番号143379


TEL: 059-226-0139 FAX: 059-226-5115 伊藤 公


日付

担当

承認

工事名  
津市立村主小学校  
普通教室等空調設備設置工事原図  
A 2図面名  
受変電設備廻り詳細図縮尺  
A2:S=1/30図面番号  
E-03

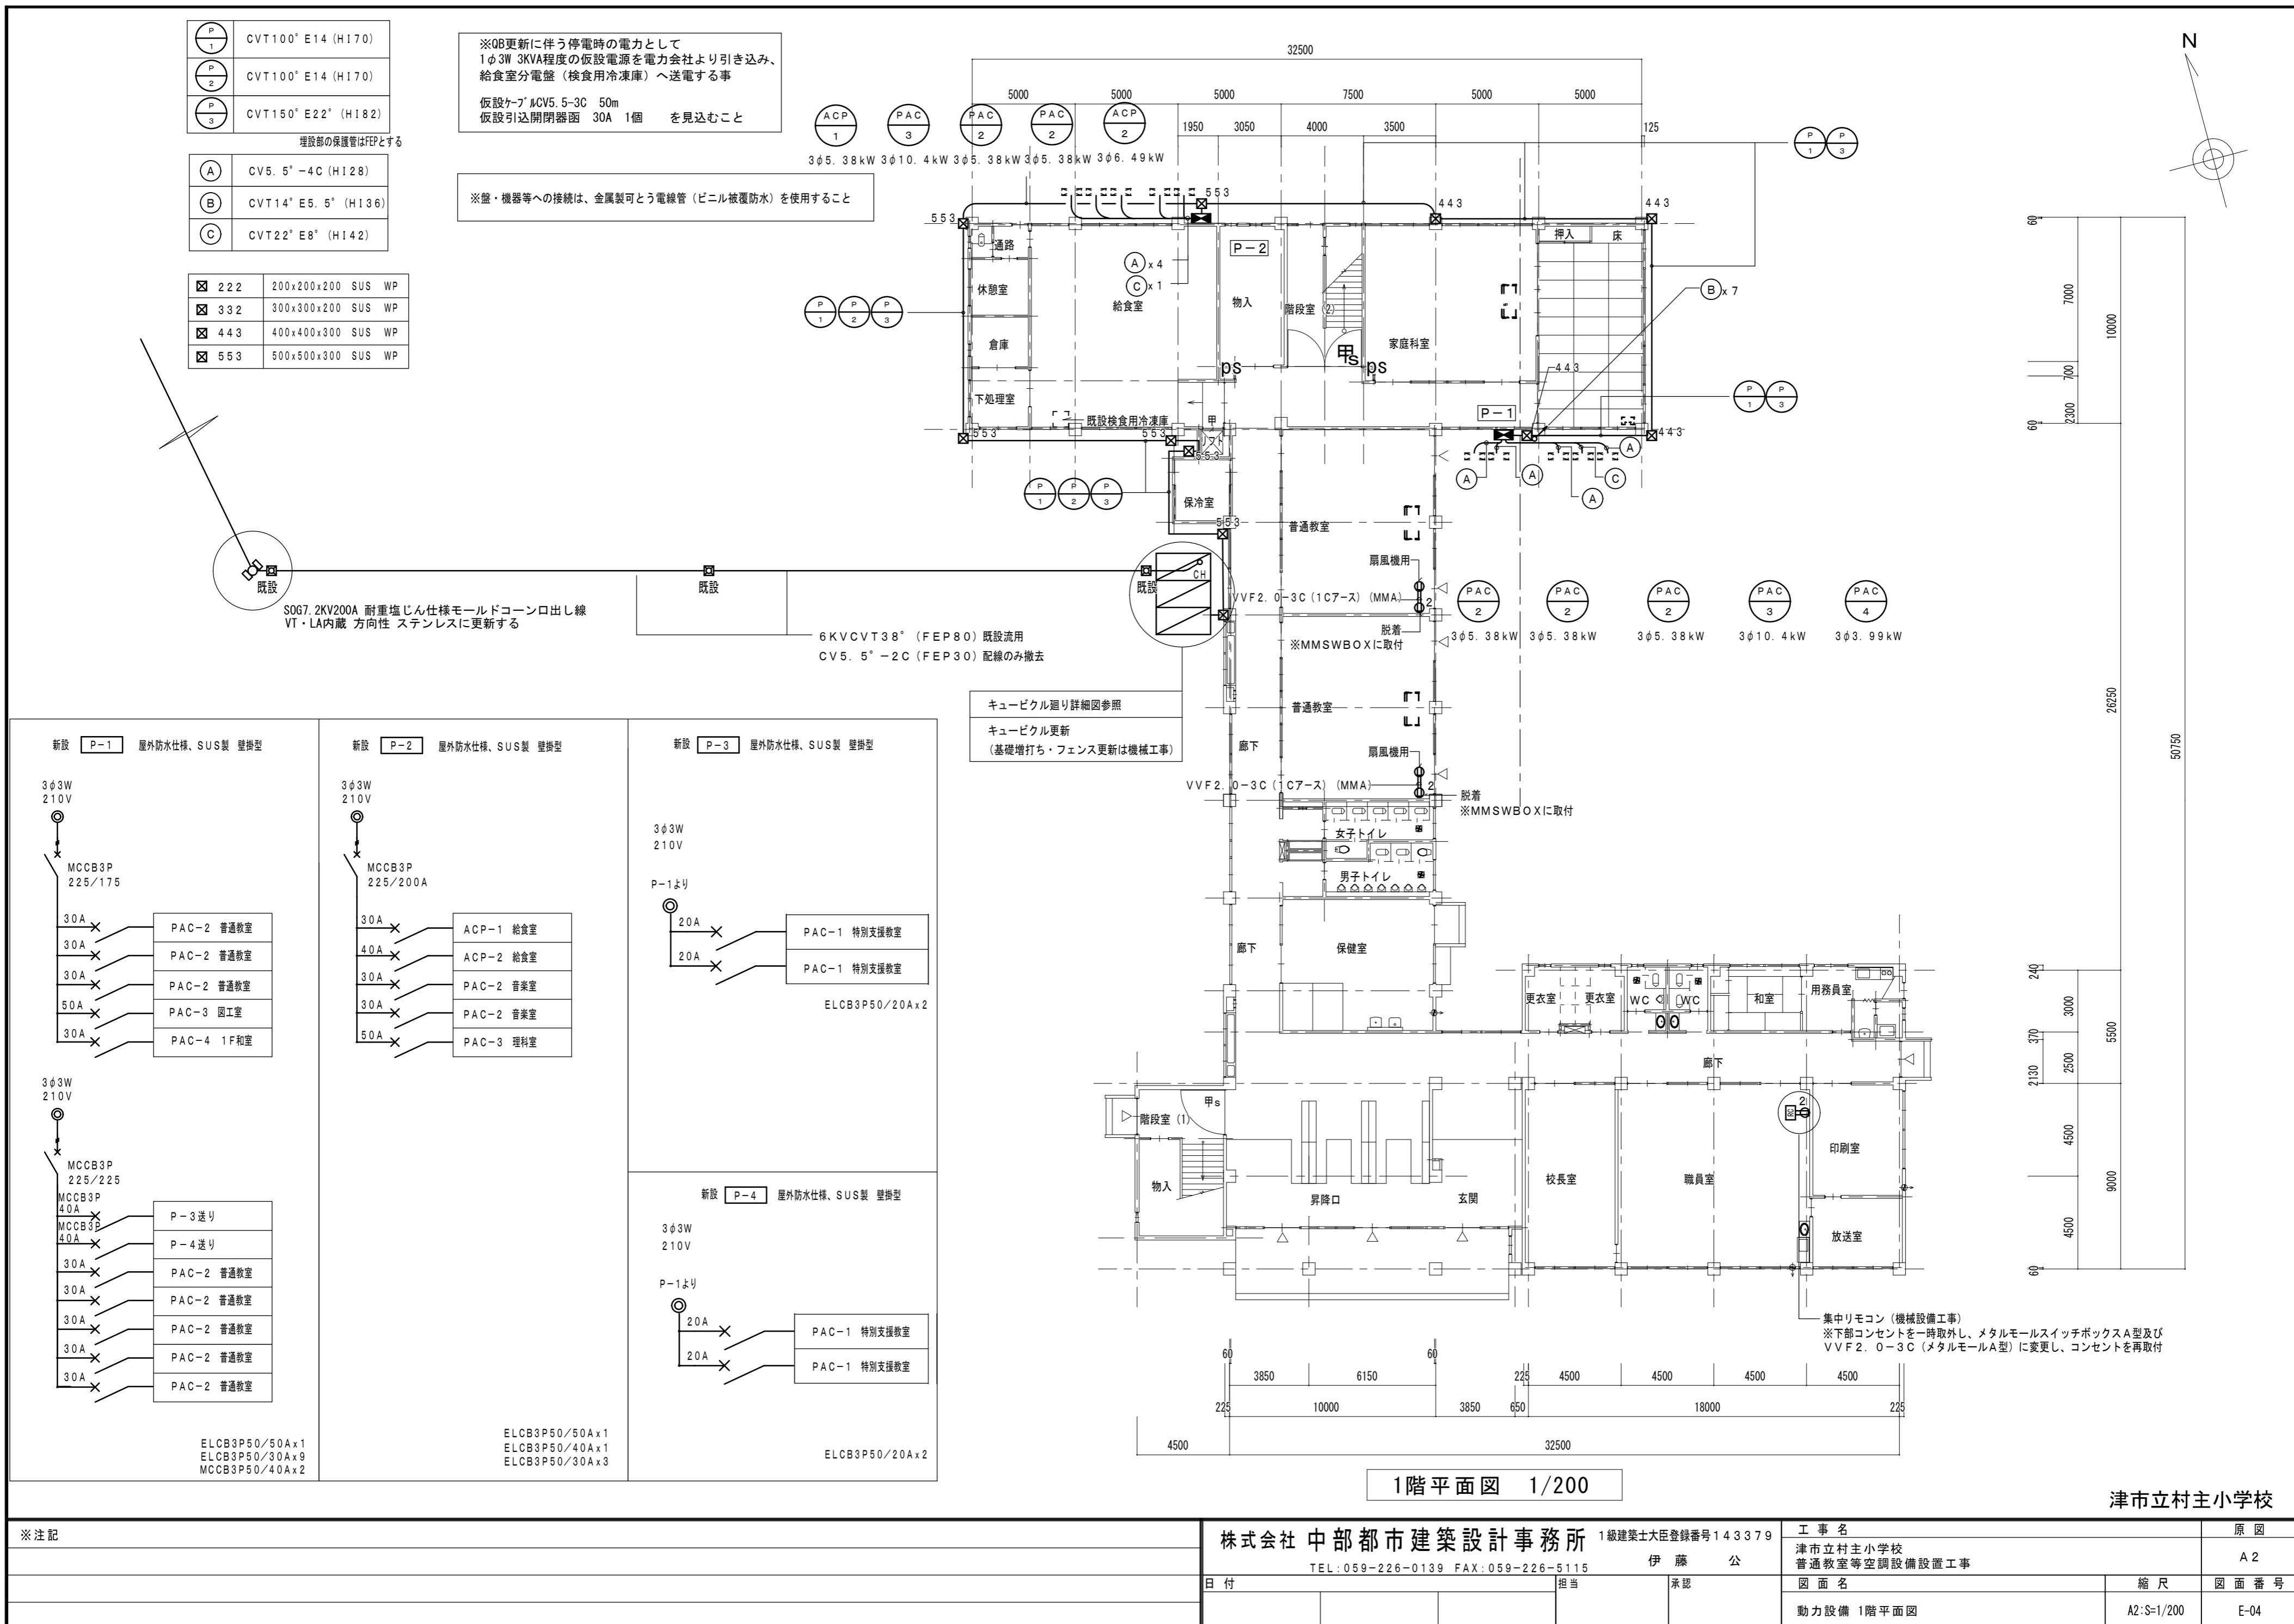

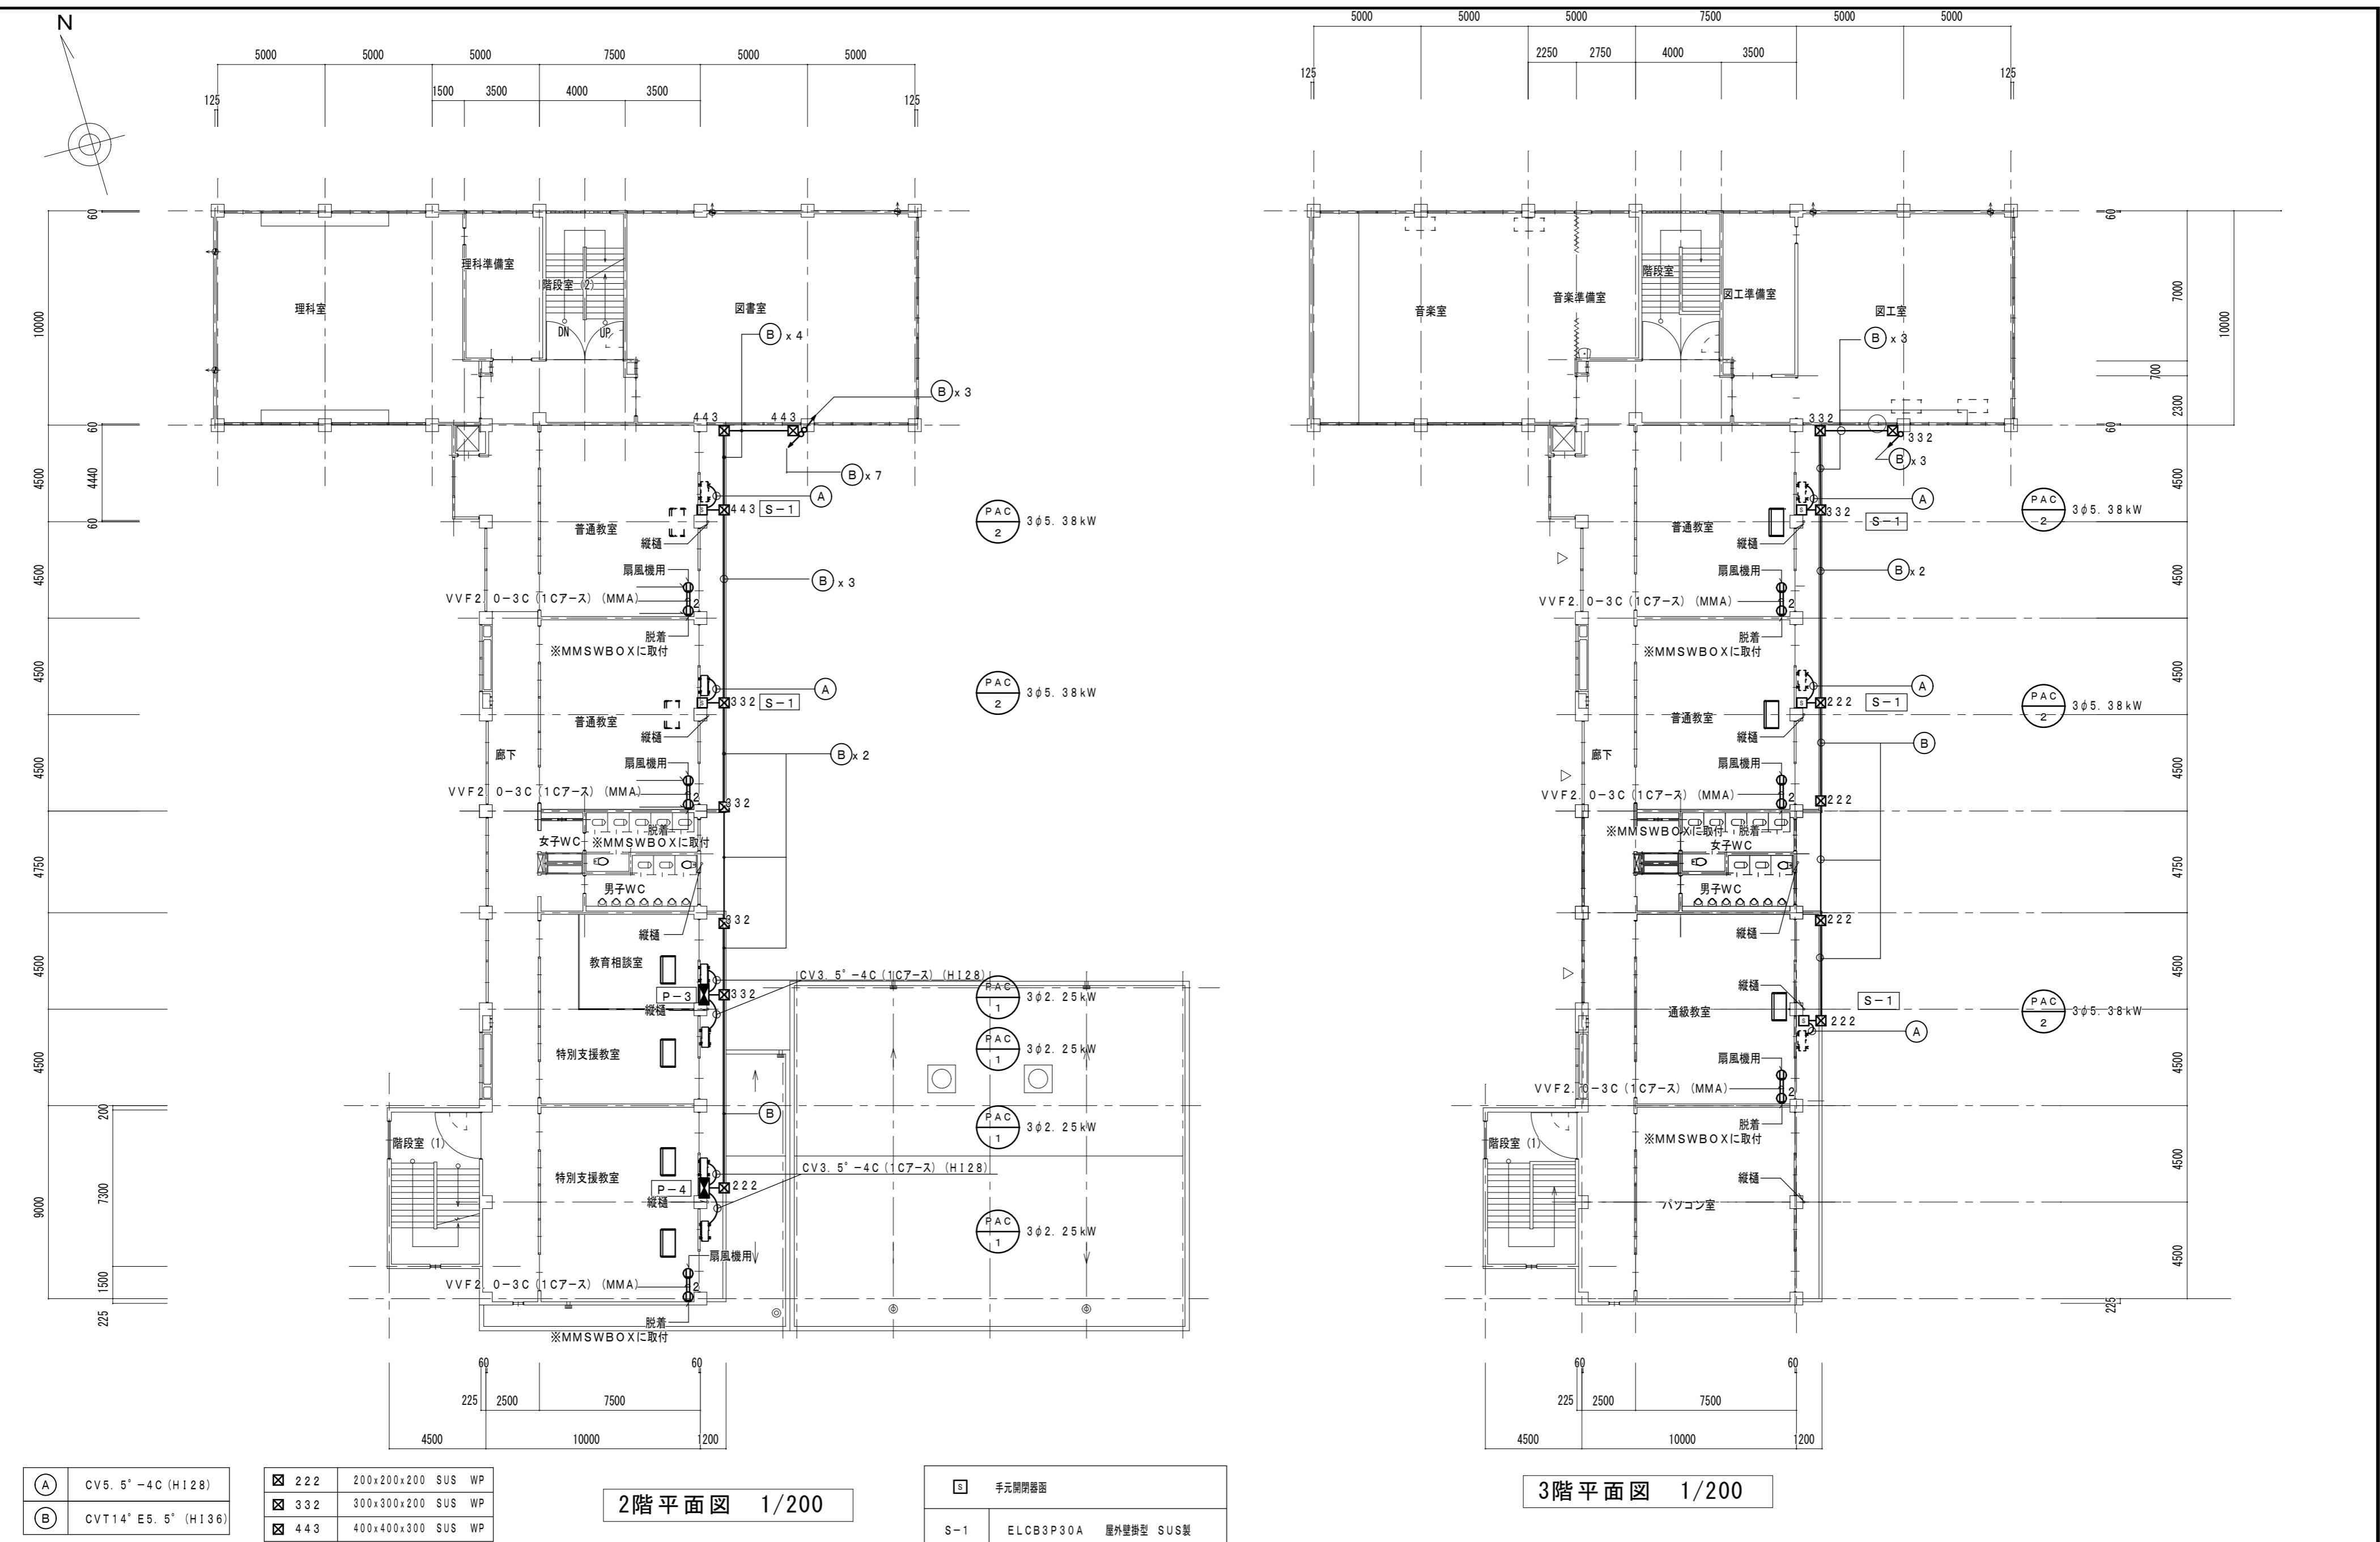

※注記

株式会社 中部都市建築設計事務所 1級建築士大臣登録番号143379

TEL: 059-226-0139 FAX: 059-226-5115

工事名 原図

津市立村主小学校 普通教室等空調設備設置工事

A 2

伊藤 公

日付

担当

承認

伊藤 公

図面名 縮尺 図面番号

動力設備 2・3階平面図

A2-S-1/200 E-05

津市立村主小学校