



縦断面図(1)

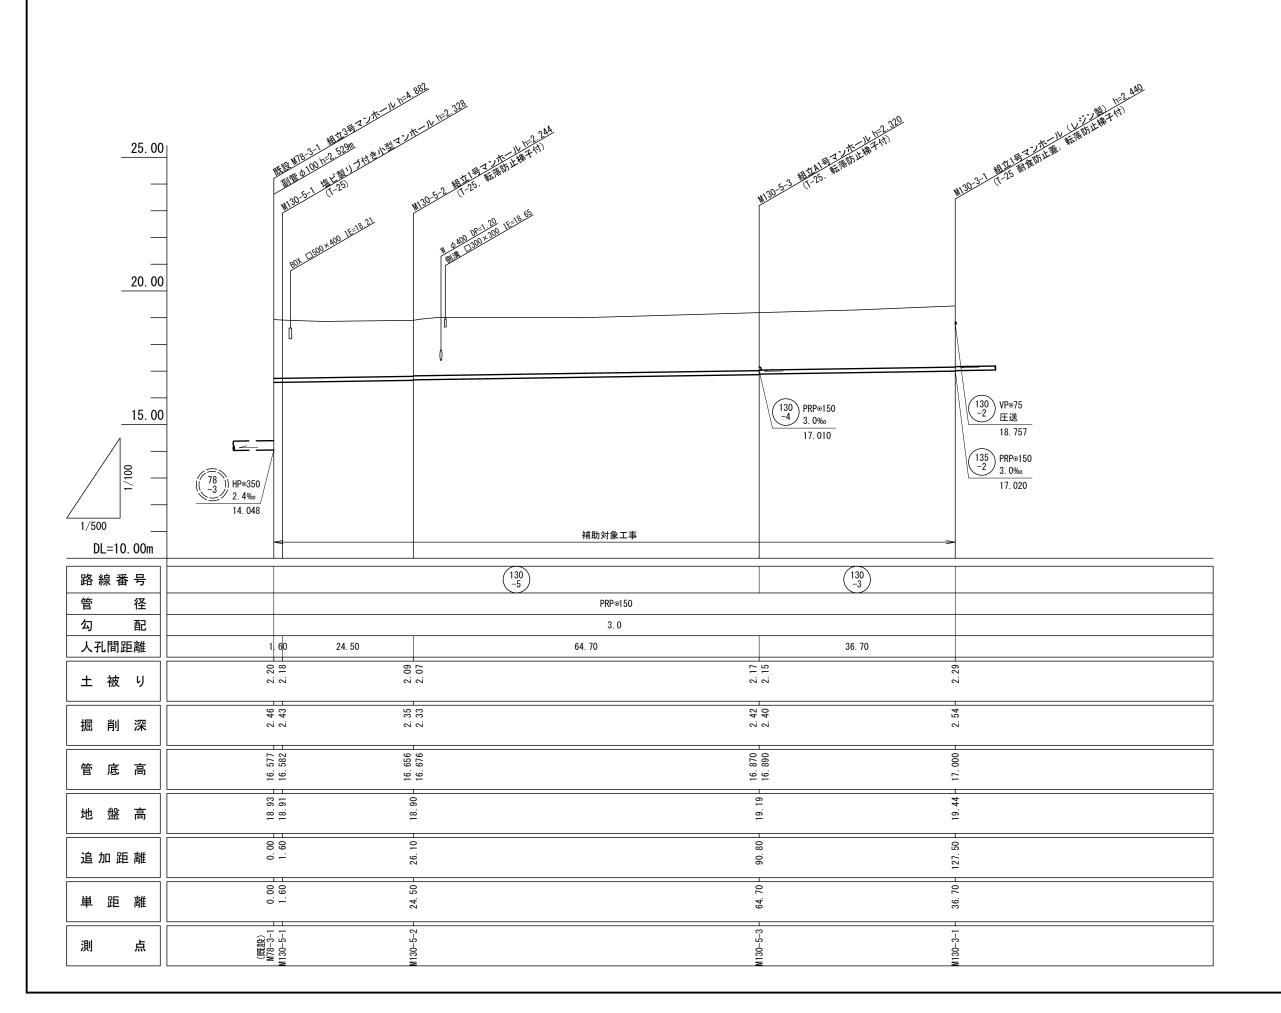


路線番号表				
130	130			

工事名		令和元年度 津第3-3処理		
施工箇所名	施工箇所名		茶屋小森町均	也内
図面の種類	図面の種類		能断面図(1)	
縮尺		図示	図面番号	2/21
事業所名		津市下	水道局下水道	建設課


縦断面図(2)

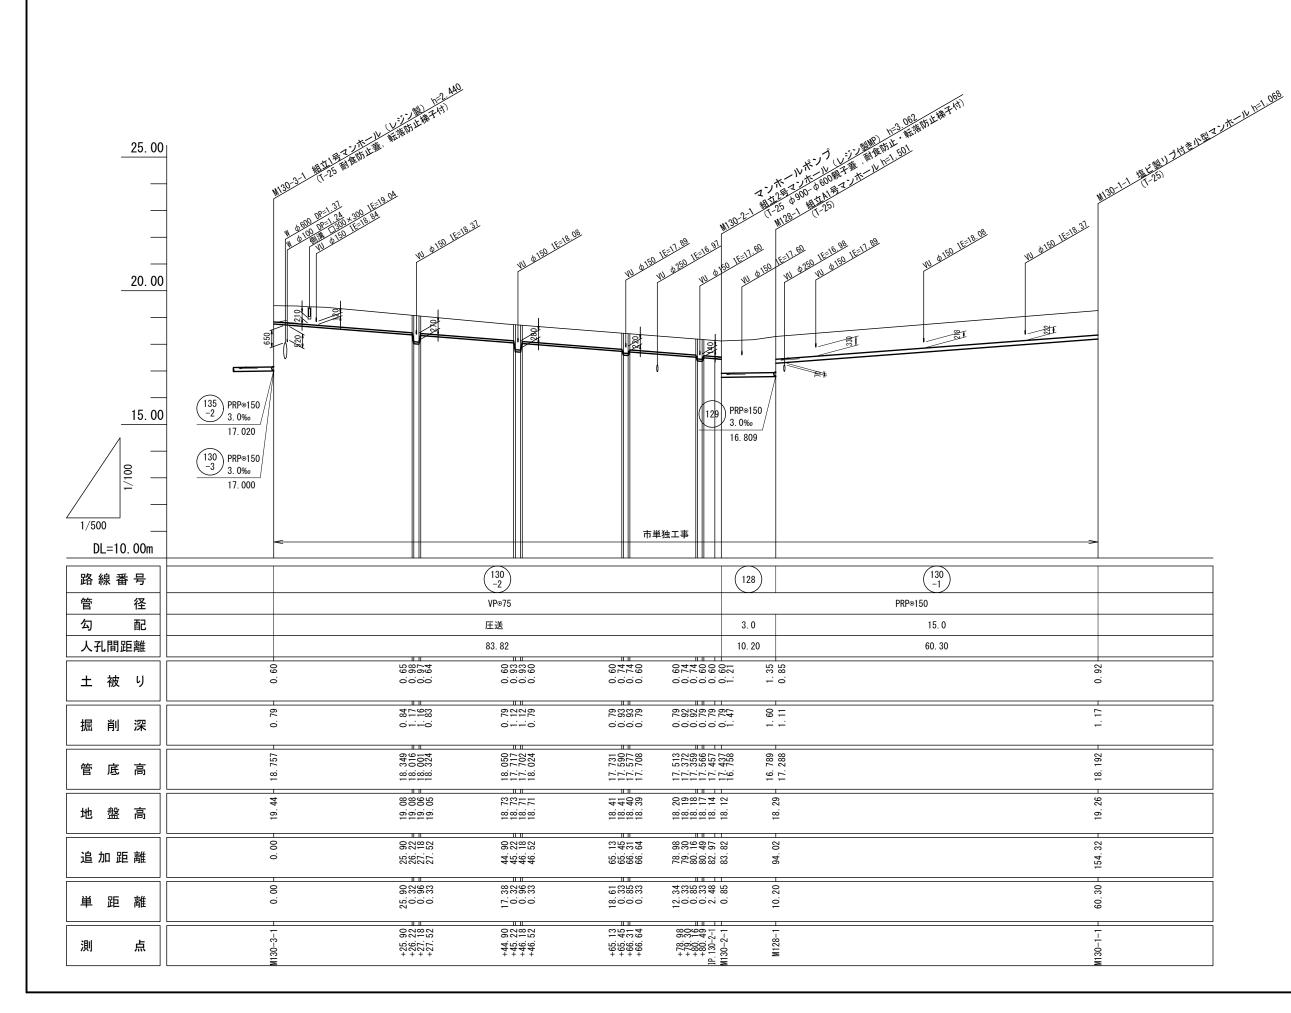

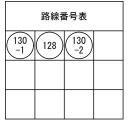


I 4	事 名		下建公補第	-
施工箇所名		津市高茶屋小森町地内		
図面の種類		新	進断面図(2)	
縮	尺	図示	図面番号	3/21
事業所名		津市下:	水道局下水道	i建設課

縦断面図(3)

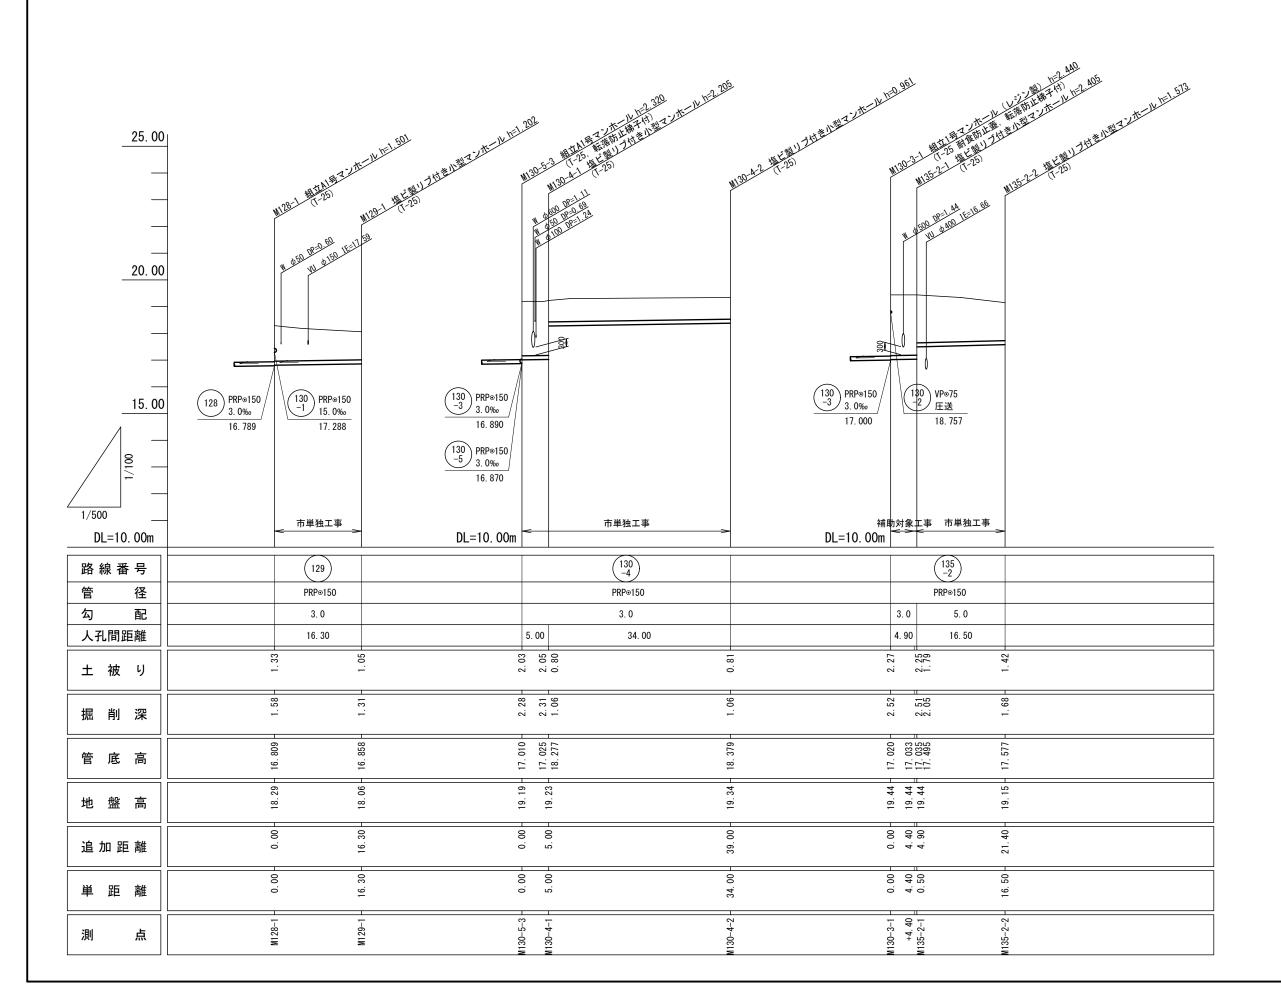


路線番号表				
129				
130				
135				

水での四面のだとう「バビがってうる。				
_ = 2	令和元年度	下建公補第	[16号	
上当	工事名	津第3-3処理	分区公共下:	水道工事
施工箇所名		津市高	茶屋小森町均	也内
図面の種類		*	從断面図(3)	
縮	尺	図示	図面番号	4/21
事業所名		津市下	水道局下水道	建設課

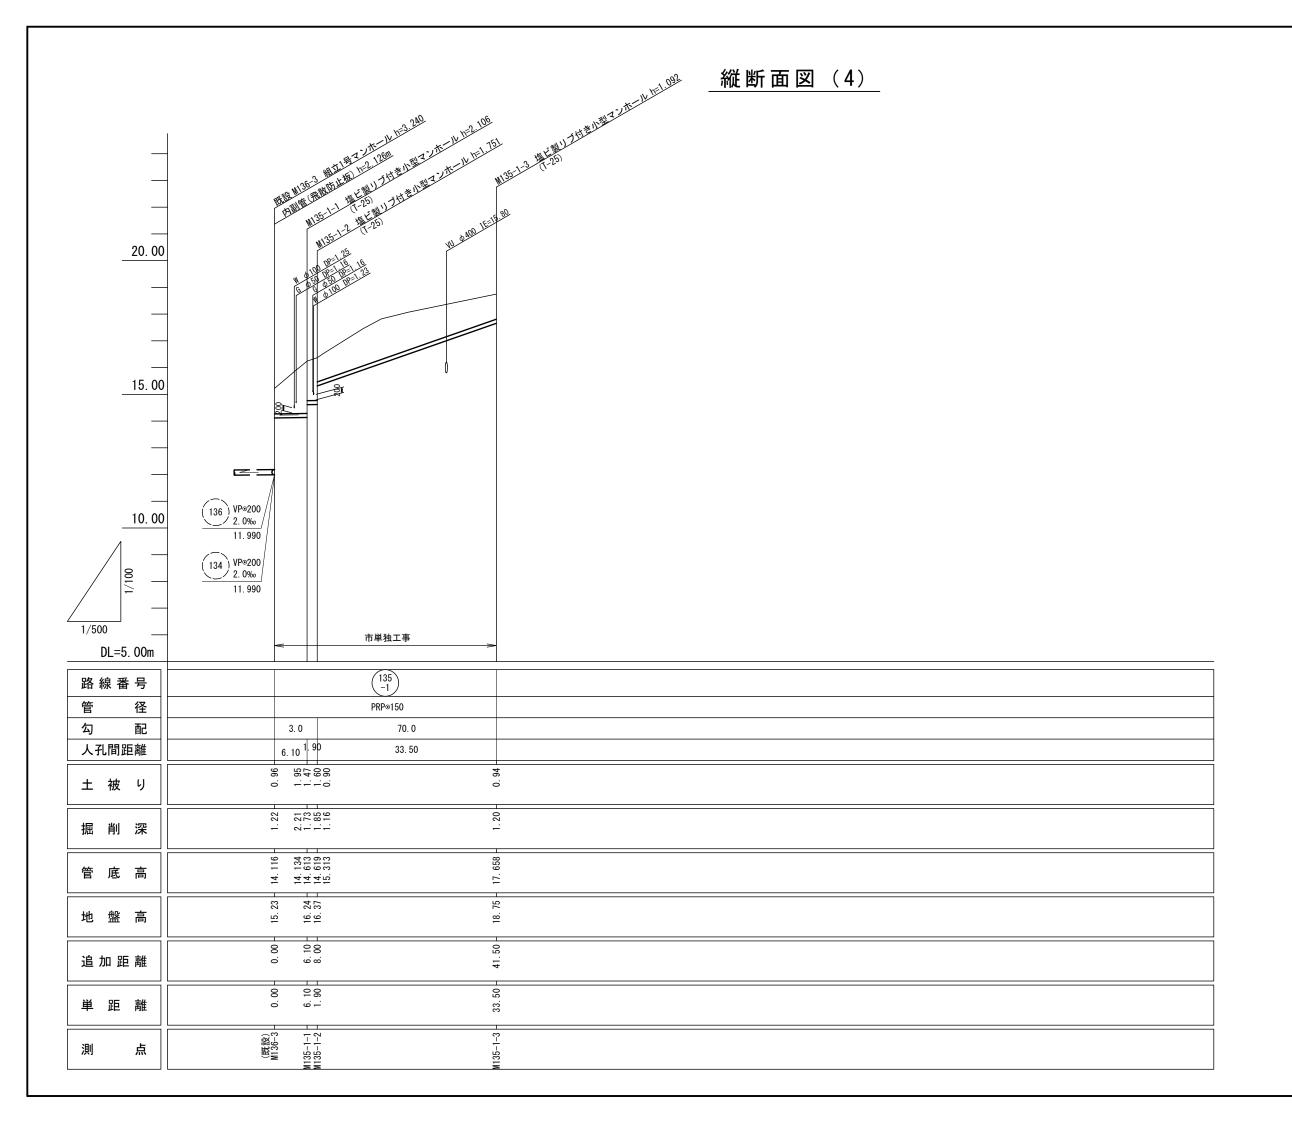


	路線都	香号表	
135			

工事名		下建公補第	-
施工箇所名	津市高茶屋小森町地内		
図面の種類	新	從断面図(4)	
縮尺	図示	図面番号	5/21
事業所名	津市下	水道局下水道	i建設課

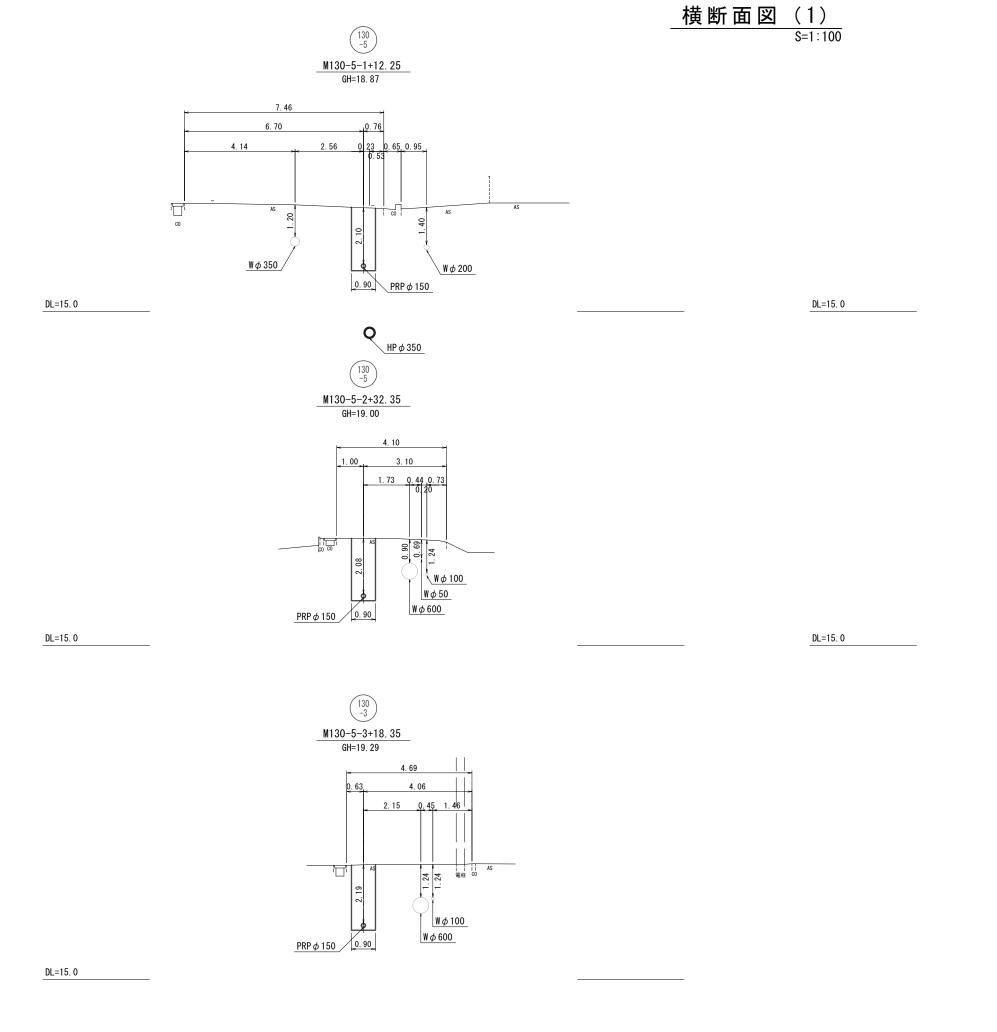




M130-3-1+43.22 M128-1+30.15 GH=18. 76

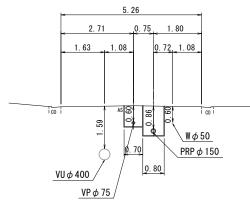


130 128 M130-3-1+79.48


M130-2-1+4. 10 GH=18. 17

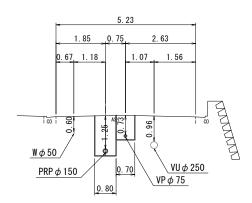

※この図面はA2サイズを原寸とする。				
工事名	令和元年度	下建公補第	[16号	
1	₽ 10	津第3-3処理	分区公共下:	水道工事
施工箇所名		津市高	茶屋小森町	也内
図面の種類		村	黄断面図(1)	
縮	尺	1:100	図面番号	6/21
事業所名		津市下	水道局下水道	建設課

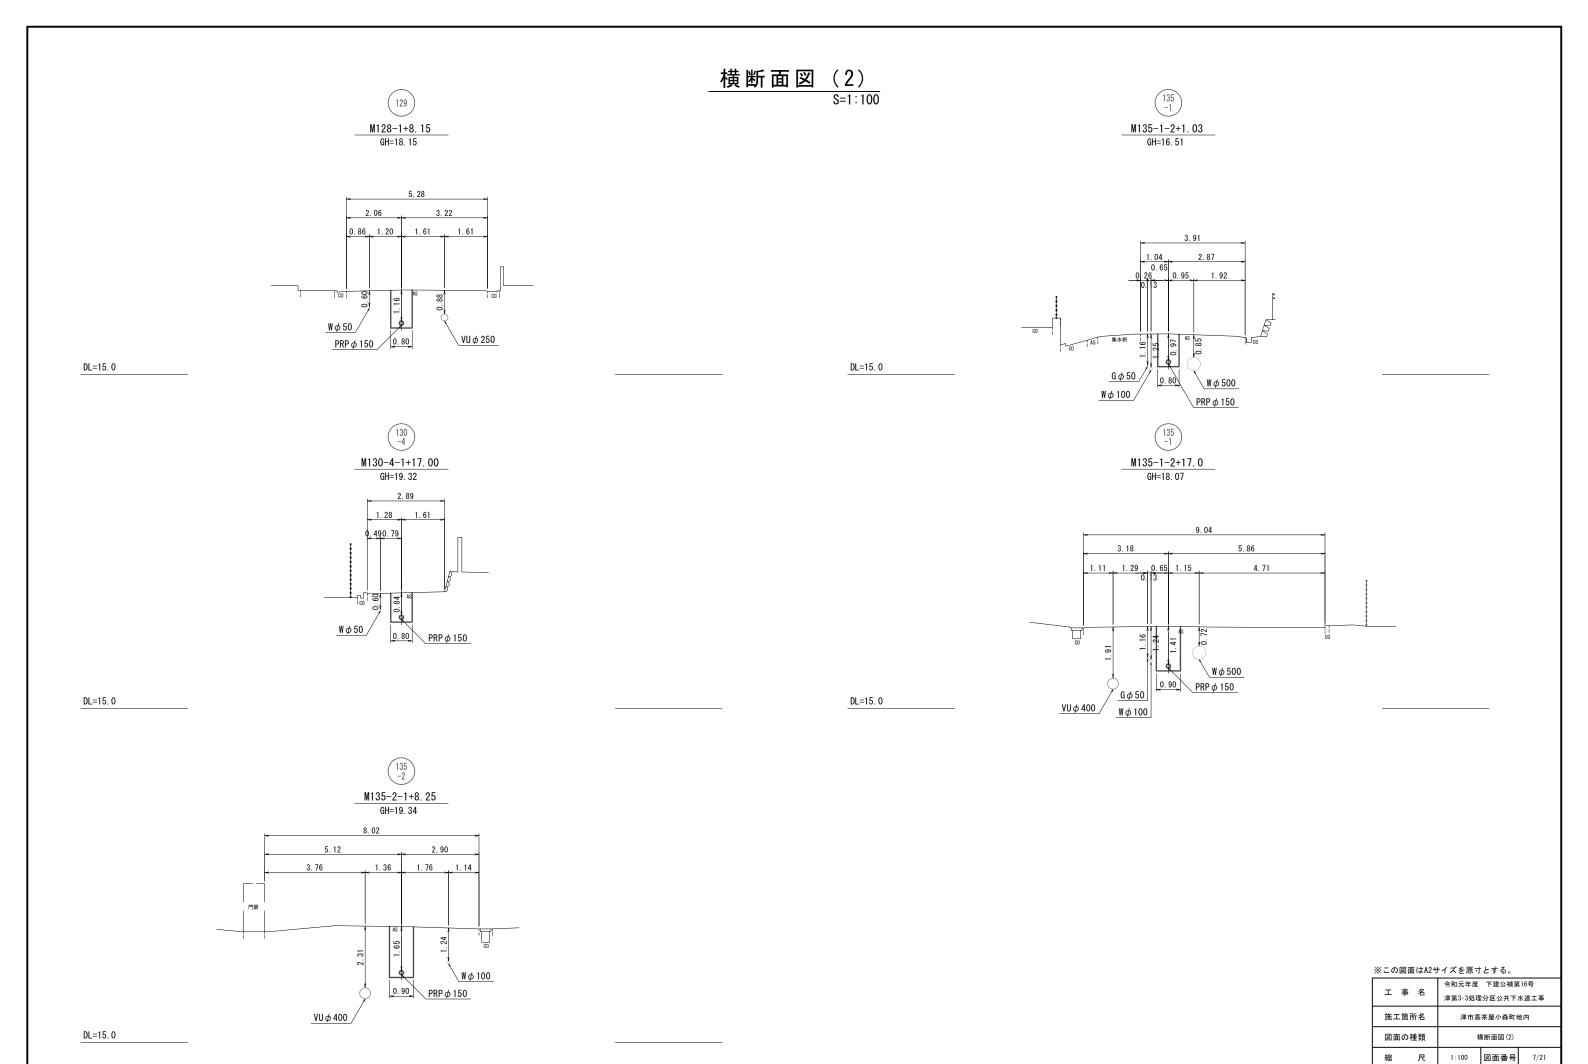


津市下水道局下水道建設課

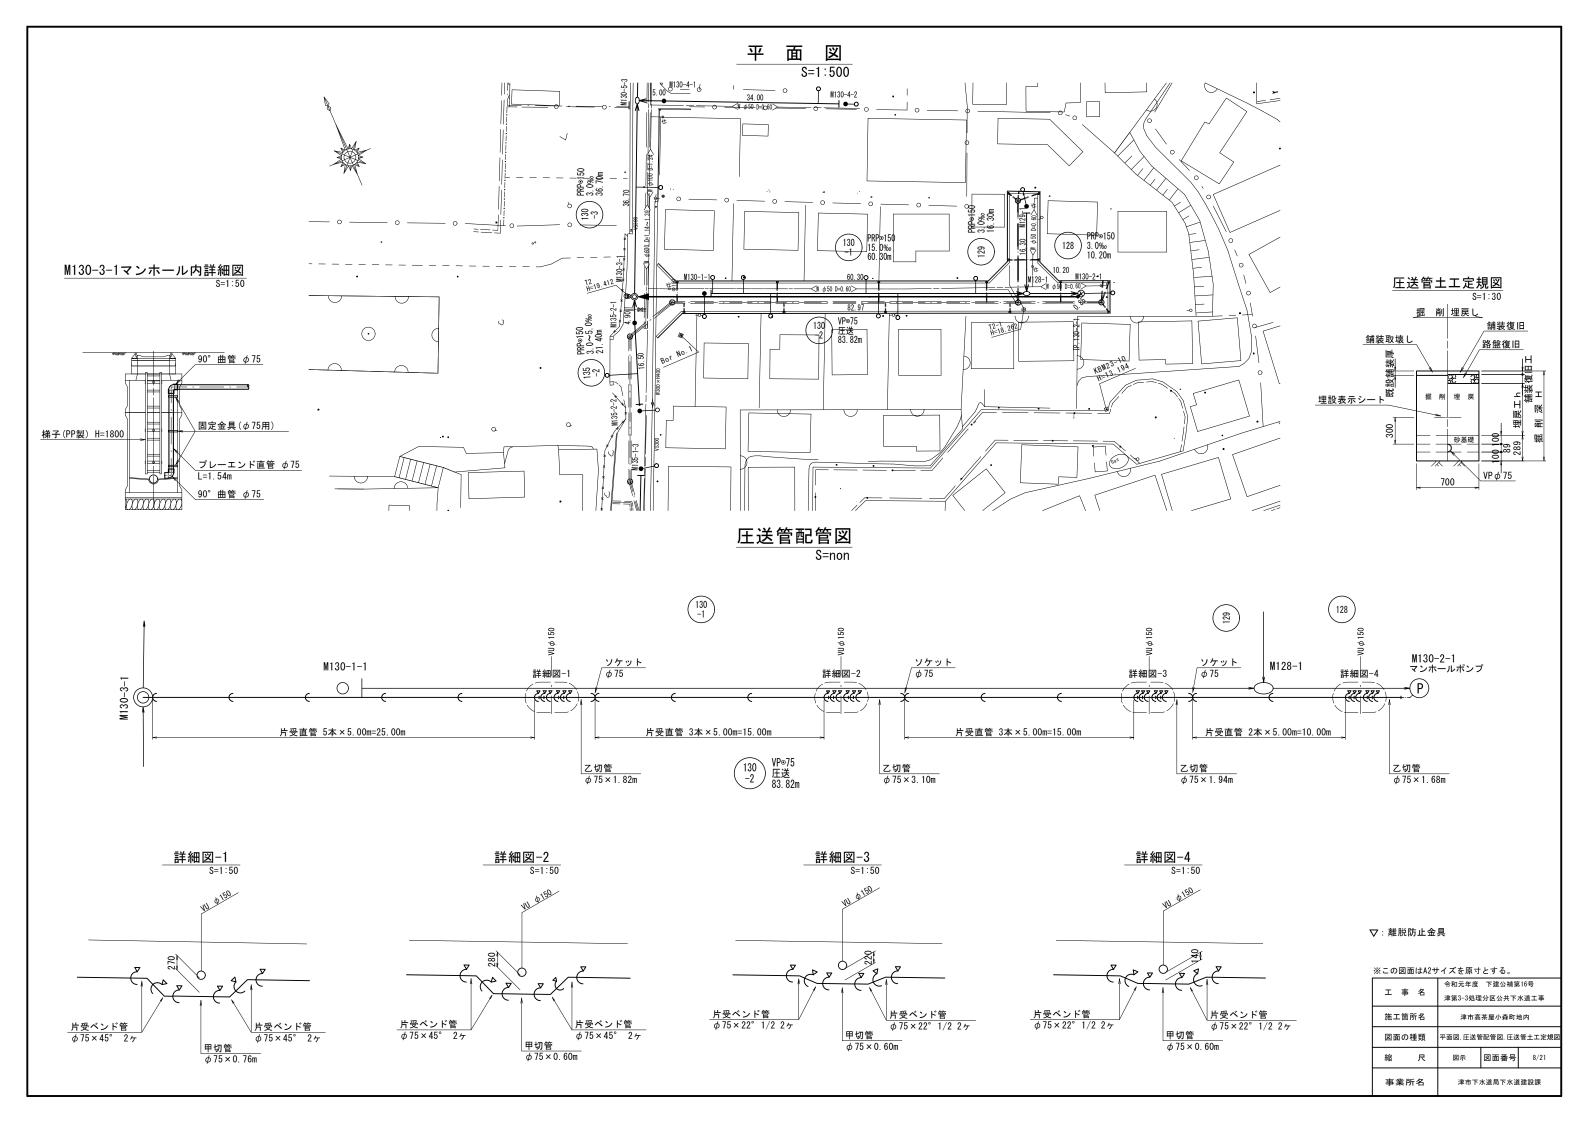


M130-2-1 組立2号マンホール(レジン製)構造図


(マンホールポンプ槽)

平 面 図

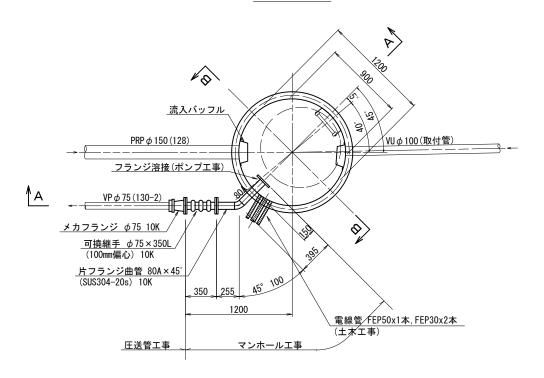


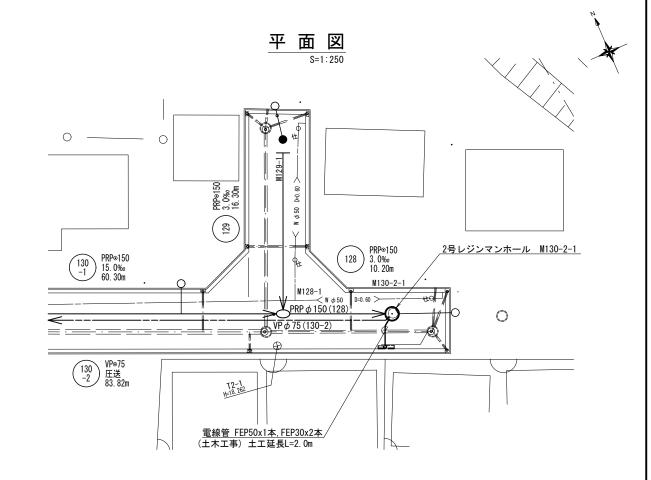


A一A断面図

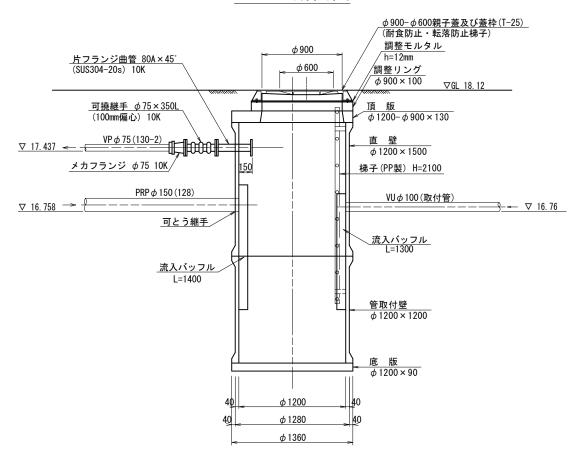

B-B断面図

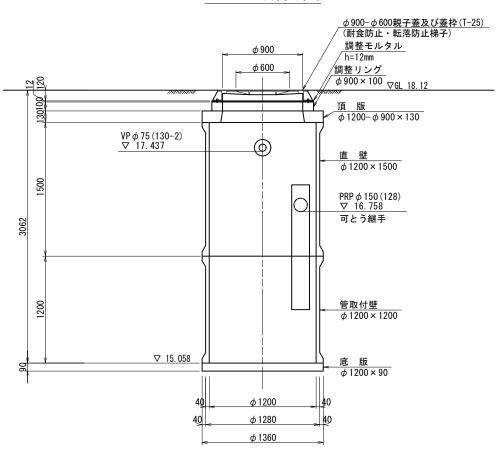

電線管土工定規図

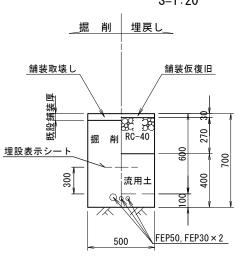


※この図面はA2サイズを原寸とする。 令和元年度 下建公補第16号


工具	名	津第3-3処理	分区公共下	水道工事
施工包	前所名	津市高	茶屋小森町均	地内
図面の)種類	M130-2-1 組立2 平面図,電線管出		ッジン製)構造図
縮	尺	図示	図面番号	9/21
事業	所名	津市下:	水道局下水道	建設課


M130-2-1 マンホールポンプ場仮設図

圧入掘削完了図


<u>平 面 図</u>

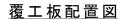


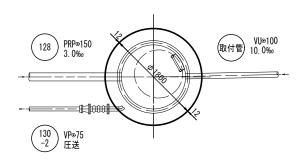

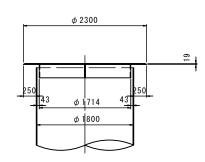



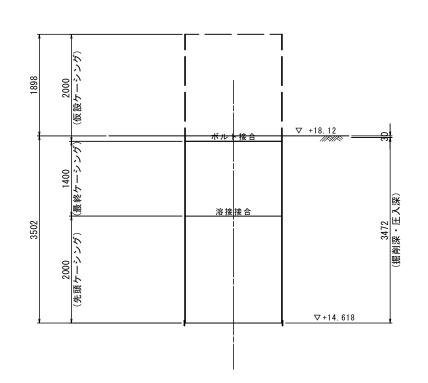

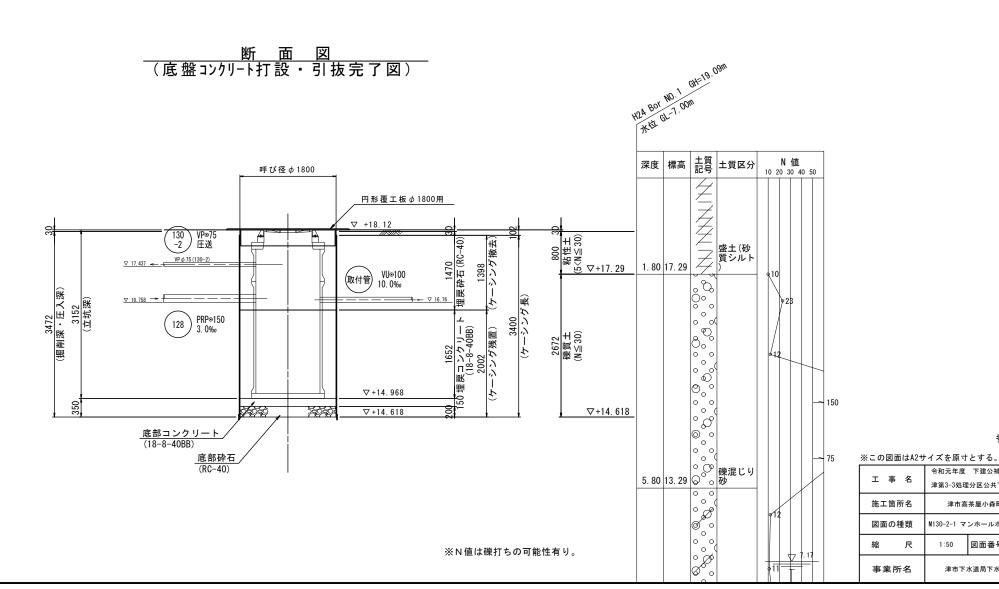


令和元年度 下建公補第16号 津第3-3処理分区公共下水道工事

津市高茶屋小森町地内 M130-2-1 マンホールポンプ場仮設図 1:50 図面番号 10/21

津市下水道局下水道建設課

尺

本管布設詳細図 s=1/30

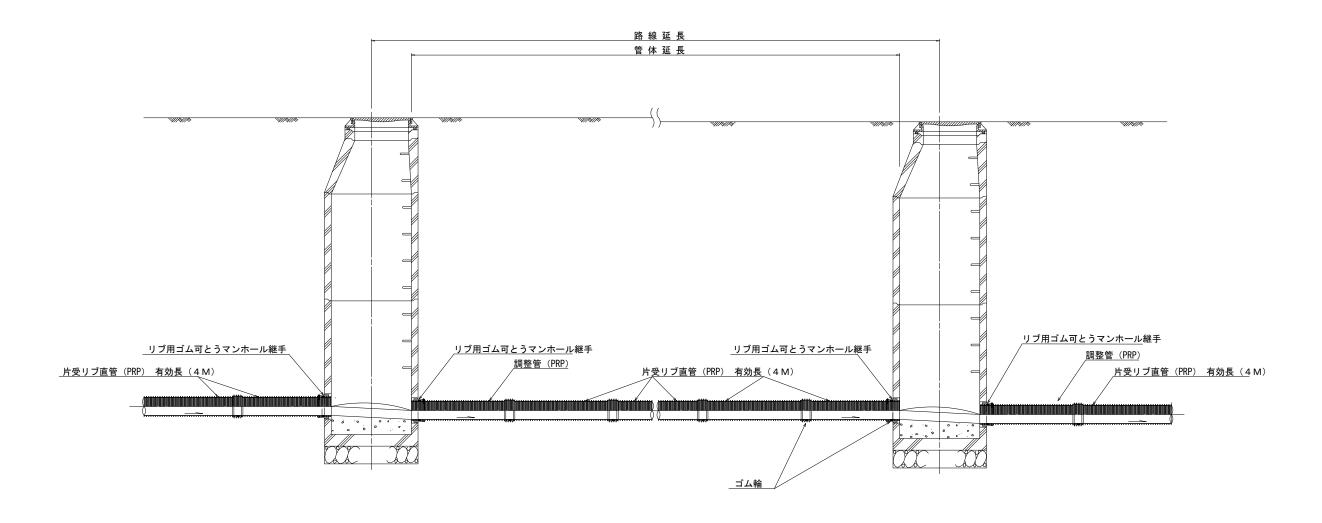

注) 調整管が1.0m未満の場合は、1.0mで切断をし片受直管で長さを調整する。

※この図面はA2サ	「イズを原寸とする。

A この四面18/12 7 1 A とかりこう る。				
- + 2	令和元年度 下	建公補第16号		
工事名	津第3-3処理分区	区公共下水道工事		
施工箇所名	津市高茶屋	小森町地内		
図面の種類	本管布制	設詳細図		
縮尺	1:30 図頁	面番号 11/21		
事業所名	津市下水道)	局下水道建設課		


土 工 定 規 図 s=1/20


取付管土工定規図 s=1/20

舗装復旧工 s=1/20

市道部

(リブ本管) 参 考

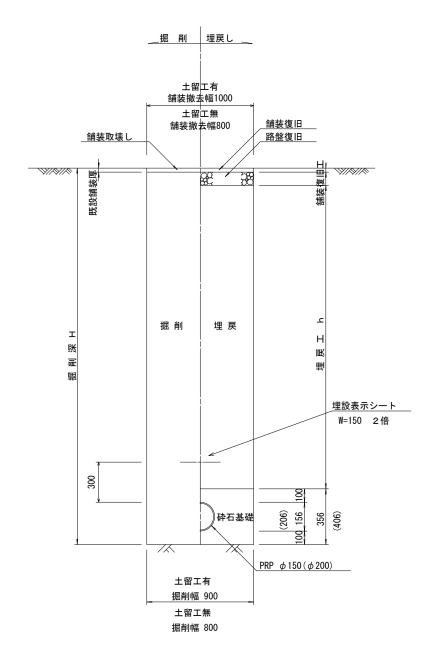

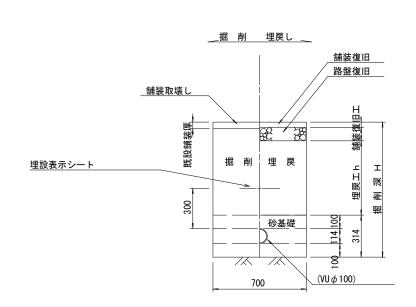

本復旧 仮復旧 表層(1)(再生密粒度As TOP13 2.35t/m3) 表層(2·3)(再生密粒度As TOP13 2.35t/m3) プライムコート(PK-3) プライムコート(PK-3) 路盤(再生砕石 RC-40) 不陸整正(補足材1cm)


埋戻(再生砕石 RC-40)

※この図面はA2サイズを原寸とする。				
工事名	令和元年度 下建公補第16号			
上争石	津第3-3処理分区公共下水道工事			
施工箇所名	津市高茶屋小森町地内			
図面の種類	土工定規図 (リブ本管) 取付管土工定規図、舗装復旧工			
縮尺	図示 図面番号 12/21			
事業所名	津市下水道局下水道建設課			

土留工標準図 (参考)

(軽量金属支保材使用の場合)



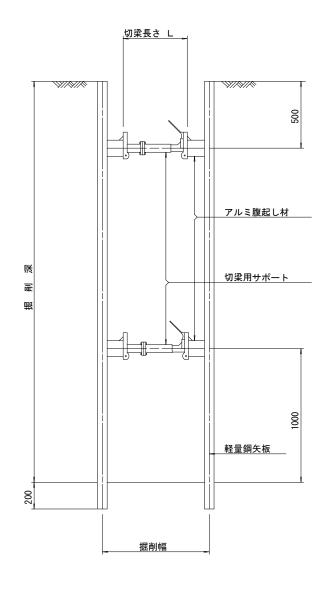

軽量鋼矢板 標準図




支保工段数表

_					
	掘削深 (m)	矢板長 (m)	支保工段数 (段)		
	1.5< H≦1.8	2. 0	1		
	1.8< H ≦2.0	2. 5	1		
	2.0< H ≦2.3	2. 5	2		
	2.3 <h≦2.8< td=""><td>3. 0</td><td>2</td></h≦2.8<>	3. 0	2		
	2.8 <h≦3.3< td=""><td>3. 5</td><td>2</td></h≦3.3<>	3. 5	2		
	3.3 <h≦3.5< td=""><td>4. 0</td><td>2</td></h≦3.5<>	4. 0	2		
	3.5< H ≦3.8	4. 0	3		

※ マンホール部掘削時においては、掘削深に応じた軽量鋼矢板を使用すること。


<u>平面図</u> S=1/20

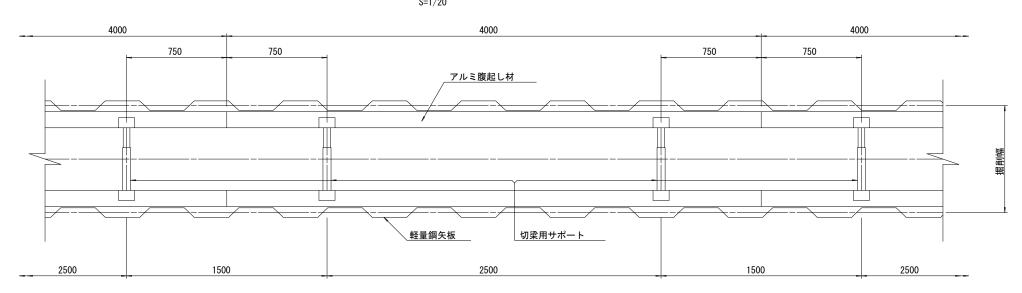


少

A この四面はA2ケースとかりこうも。					
_ = *	令和元年度 下建公補第16号				
工事名	津第3-3処理	分区公共下:	水道工事		
施工箇所名	津市高茶屋小森町地内				
図面の種類	土留工標準図 (軽量金属支保材使用の場合)				
縮尺	図示	図面番号	13/21		
事業所名	津市下	水道局下水道	i建設課		

組立1号マンホール構造図

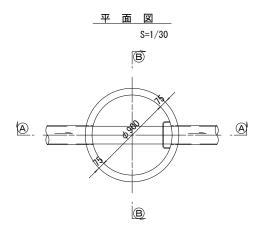


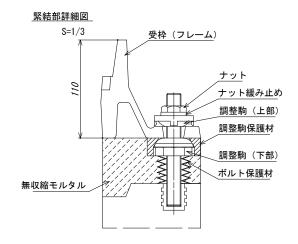



B---B 断面


820


S=1/30

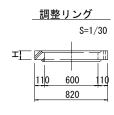

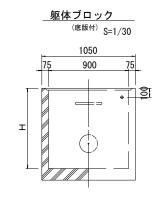

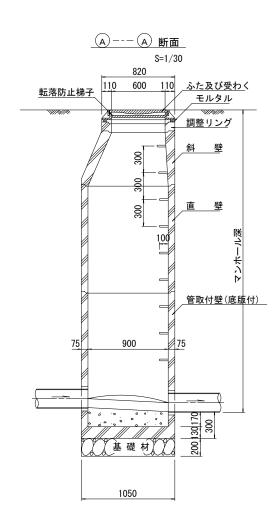

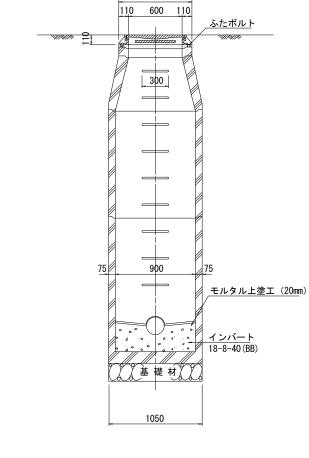

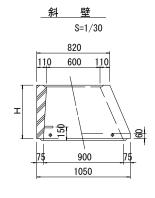

_	直	壁	
		S=1/30	
I	10	50	
75	9	00	75
I	20 300		100
	_		

寸 法 表


	4 1	_					
種 類 H (mm)							
調整	リング	50	100	150			
斜	壁	300	450	600			
直	壁	300	600	900	1200	1500	1800
管取	付壁	600	900	1200	1500	1800	

※鉄蓋の仕様については、津市認定マンホール蓋(市章入り)とする。

※この図面はA2サイズを原寸とする。						
+	事名	令和元年度	下建公補第	16号		
4	争 右	津第3-3処理	分区公共下:	水道工事		
施工的	窗所名	津市高茶屋小森町地内				
図面の	の種類	組立 1 号マンホール構造図				
縮	尺	図示	図面番号	14/21		
事業	所名	津市下	水道局下水道	建設課		

 マンホール深2m以上の場合に、	転抜 昨 正 様 ヱ た む 罟 オ ス ニ レ

組立1号マンホール(レジン製)構造図

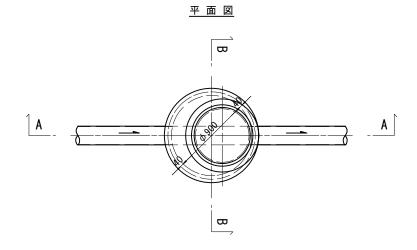

A-A断面

モルタル

調整リング

直壁

管取付け壁

底版 (h=90)

基礎砕石

<u>インバートコンクリート</u> 18-8-40 (BB)

頂版 (h=120)

820

110 600 110


MMMM


980

1060


鉄蓋及び受枠(T-25) (耐食防止・転落防止梯子)


FRP製はしご

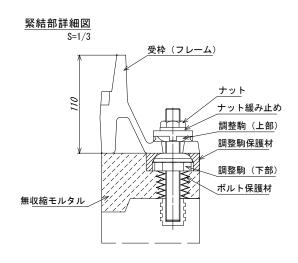

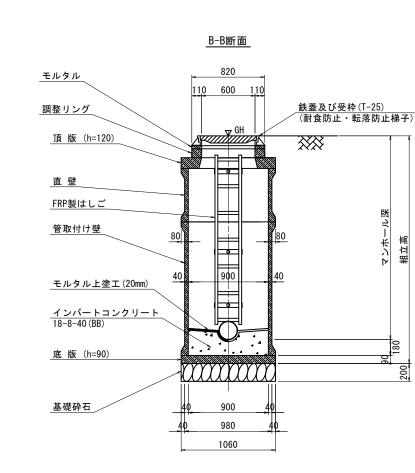




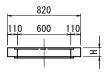

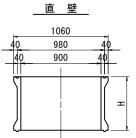


頂 版


-	1060		
230	600	230	
_	_	+	 8
		-	

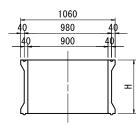

管取付け壁

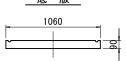

FRP製はしご

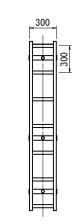


※はしご長さは、地上より一段目のステップ及び 最終ステップからインバート平坦部までの距離を 300mm以下とした300mmピッチの最小長さとする。

寸 治	5 表						
種	類			Н (mm)		
調整!	ノング	50	100	150			
頂	版	120					
直	壁	300	600	900	1200	1500	
管取	付壁	600	900	1200	1500		
底	版	90					


※鉄蓋の仕様については、津市認定マンホール蓋(市章入り)とする。

※この図面はA2サイズを原寸とする。					
工事名	令和元年度 下建公補第16号 津第3-3処理分区公共下水道工事				
施工箇所名	津市高茶屋小森町地内				
図面の種類	組立1号マンホール(レジン製)構造図				
縮尺	1:30 図面番号 15/21				
事業所名	津市下水道局下水道建設課				


組立A1号マンホール構造図

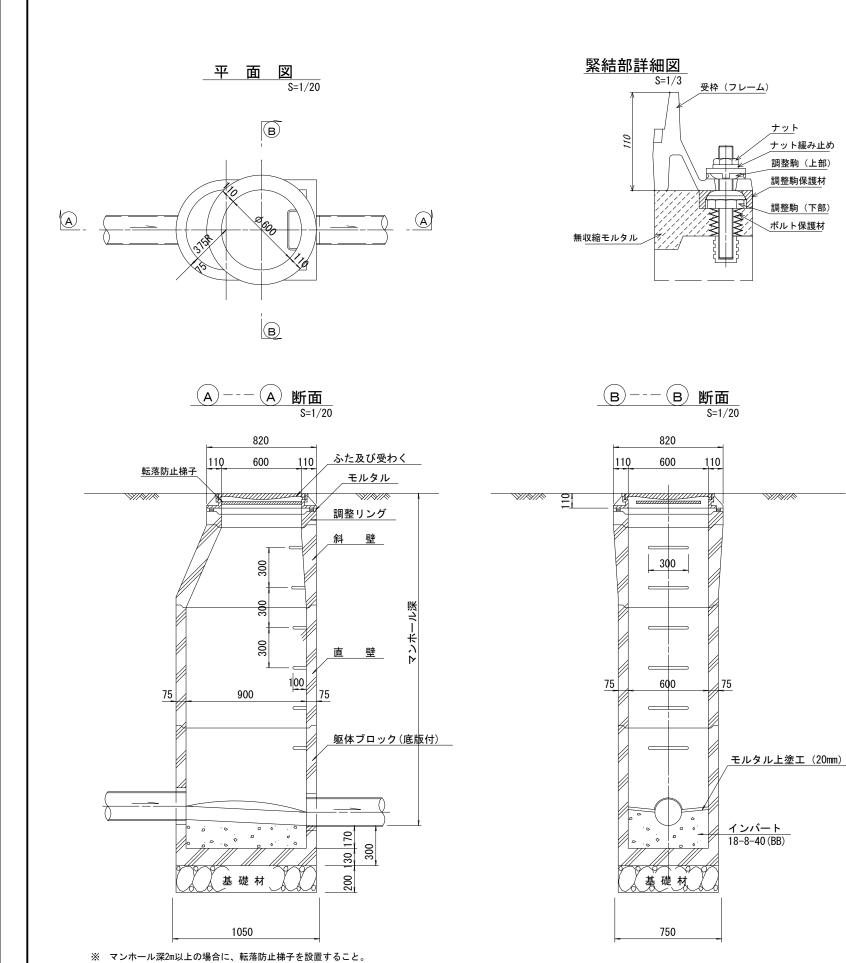




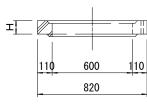

管取付壁 S=1/20 (底版付)

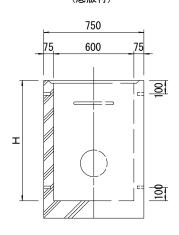

<u>斜壁</u> S=1/20

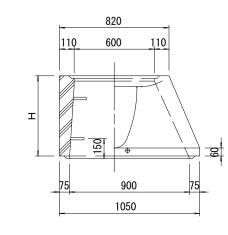


寸 法 表

種類			1) H	mm)
調整リング	50	100	150	
斜壁	450	600		
直壁	300	600	900	
管取付壁	600	900		

※鉄蓋の仕様については、津市認定マンホール蓋(市章入り)とする。

<u>直壁</u> S=1/20

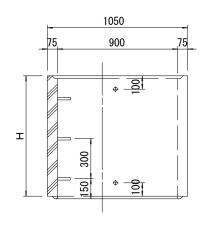



※この図面け42サイズを頂せとする


※この図面はA2サイズを原寸とする。						
工事名	令和元年度 下建公補第16号 津第3-3処理分区公共下水道工事					
施工箇所名	津市高茶屋小森町地内					
図面の種類	組立A1号マンホール構造図					
縮尺	図示	図面番号	16/21			
事業所名	津市下水道局下水道建設課					

リブ管用塩ビ製小口径マンホール構造図 1/2

S=1/15

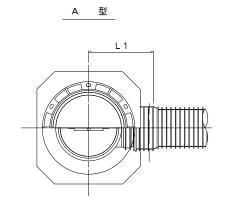

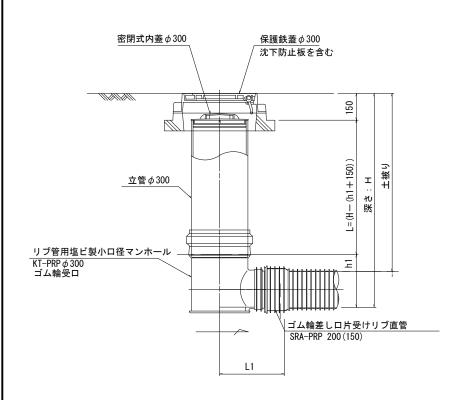

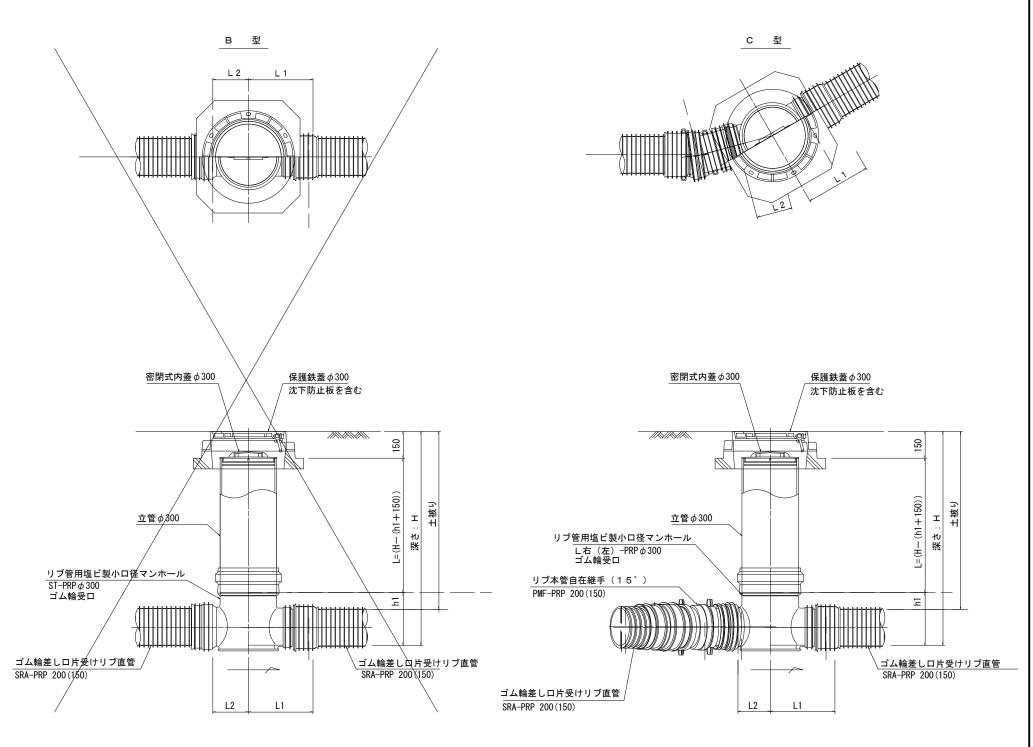

※塩ビマンホールは必要に応じた角度のインバートを使用すること。

※この図面け42サイズを頂せとする


※この図面はA2サイズを原寸とする。						
エョ	F 47	令和元年度	下建公補第	516号		
上《	● 省	津第3-3処理	分区公共下:	水道工事		
施工包	節所名	津市高茶屋小森町地内				
図面の種類		リブ管用塩ビ製小口径マンホール構造図 1 / 2				
縮尺		1:15	図面番号	17/21		
事業	所名	津市下	水道局下水道	建設課		

リブ管用塩ビ製小口径マンホール構造図2/2 D 型 E 型 保護鉄蓋 φ300 沈下防止板 T-25 (T-14) 580 津市認定マンホール蓋(市章入り) ϕ 436 ϕ 420 ϕ 420 沈下防止板 630 密閉式内蓋∮300 保護鉄蓋φ300 沈下防止板を含む 密閉式内蓋∮300 保護鉄蓋 *ϕ* 300 沈下防止板を含む 密閉式内蓋 20 **φ**300用 立管 భ∕300 (H-(h1+150))リブ管用塩ビ製小口径マンホール 深み:エ 土被り KDR-PRP ϕ 300 リブ管用塩ビ製小口径マンホール Y右(左)-PRP φ 300 ゴム輪受口 リブ管用落差インバート支管 116 <u>ゴム輪差し口片受けリブ直管</u> SRA-PRP 200(150) <u>ゴム輪差し口片受けリブ直管</u> SRA-PRP 200(150) ϕ 296 \ゴム輪差しロ片受け<u>リブ直管</u> SRA-PRP 200 (150) ※塩ビマンホールは必要に応じた角度のインバートを使用すること。 ※この図面はA2サイズを原寸とする。 L2 L1 <u>ゴム輪差し口片受け</u>リブ直管 SRA-PRP 200(150) 令和元年度 下建公補第16号 津第3-3処理分区公共下水道工事 L1 施工箇所名 津市高茶屋小森町地内 図面の種類 J ブ管用塩ビ製小口径マンホール構造図 2 /

1:15 図面番号 18/21

津市下水道局下水道建設課


尺

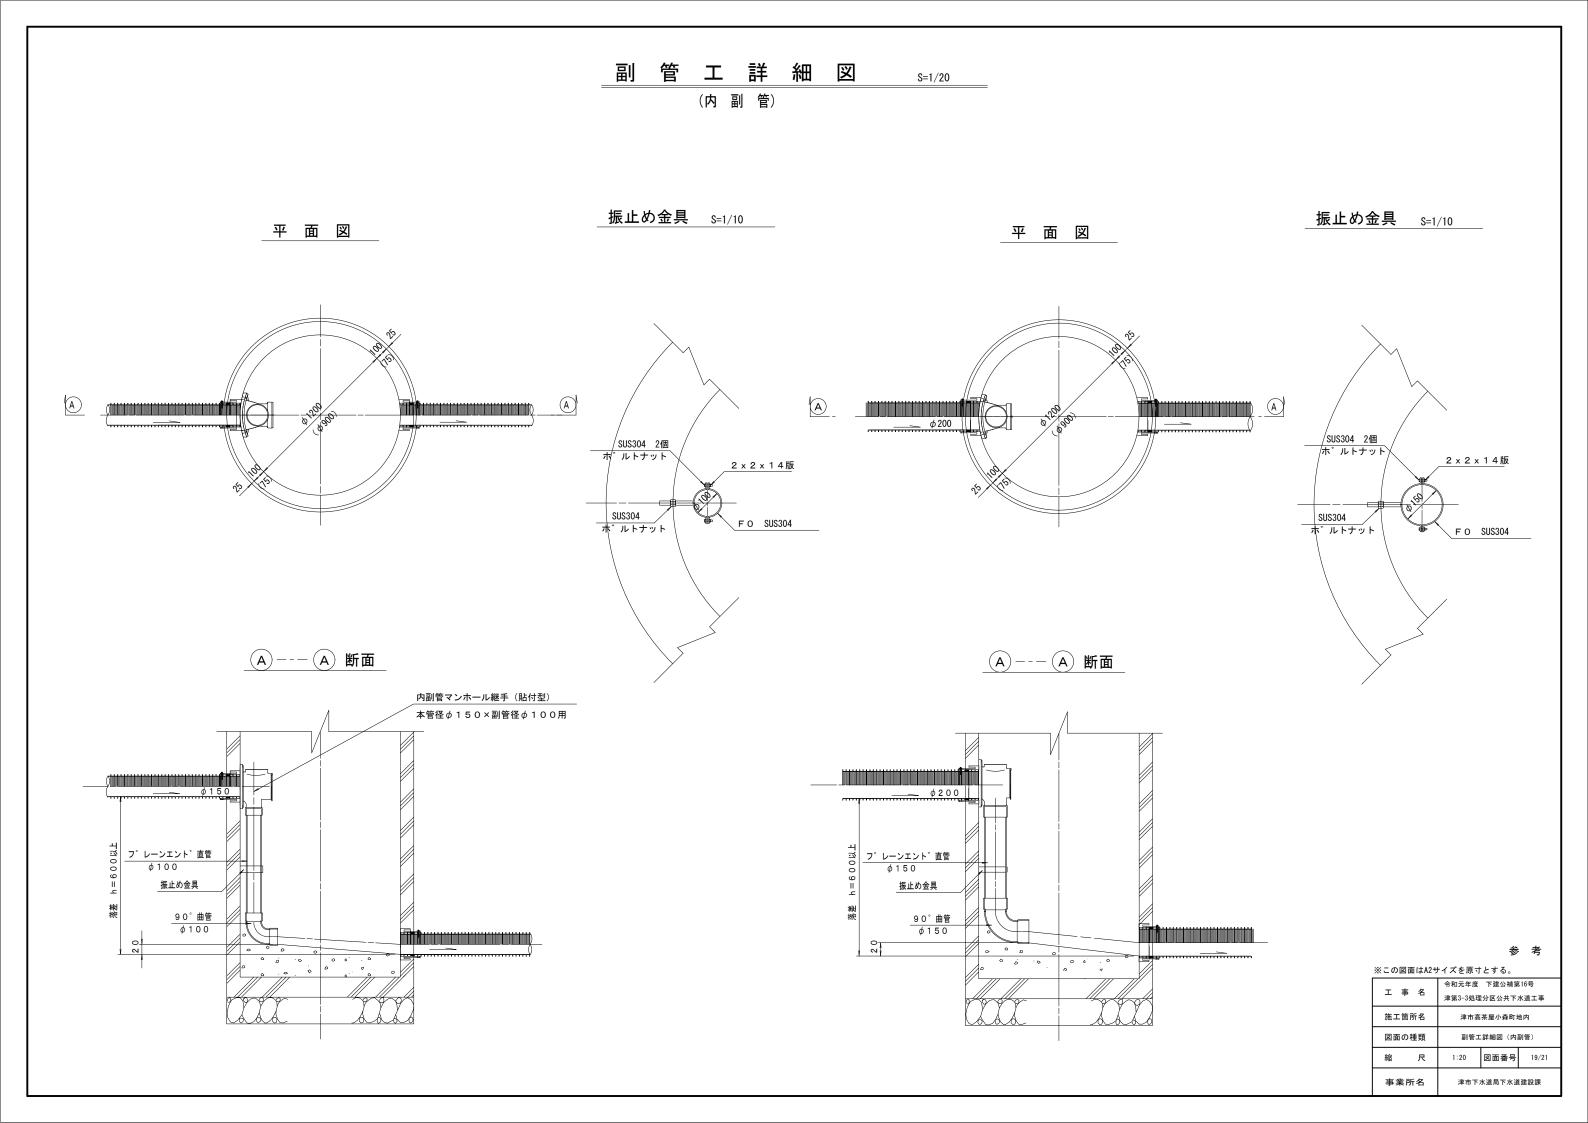


工詳細図

(内副管 飛散防止板)

据付例

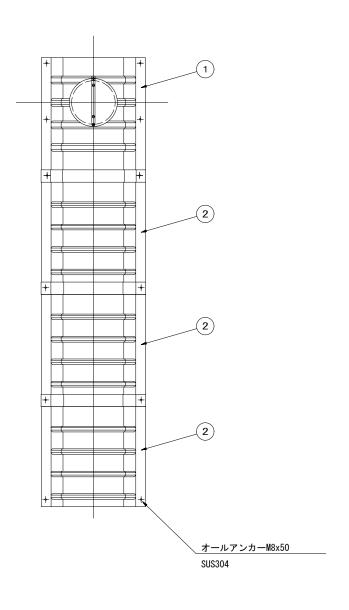



飛散防止板 TB

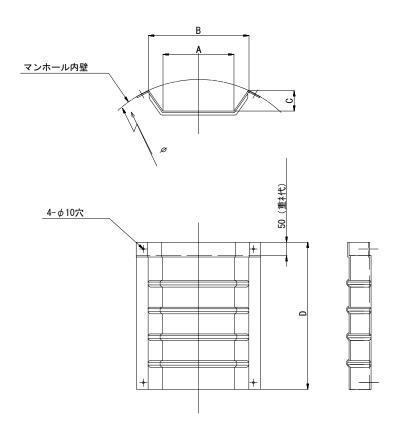

飛散防止板 TA

_____ (点検孔付)

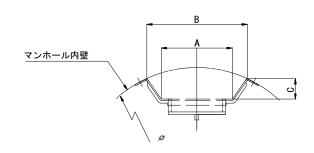

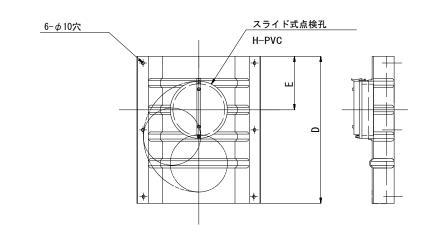

単位mm

品番	Α	В	С	D	E
TA/B-100	150	210	43	550	200
TA/B-150/200	265	375	77	550	200

ツェの図表はもれる	ブナ商士し士で
※この図面はA2サイ	人を尽りこりる。

※この図面はA2サイズを原寸とする。				
工事名	令和元年度 下建公補第16号			
	津第3-3処理分区公共下水道工事			
施工箇所名	津市高茶屋小森町地内			
図面の種類	副管工詳細図(内副管 飛散防止板)			
縮尺	ı	図面番号	20/21	
事業所名	津市下水道局下水道建設課			

取付管布設標準図


(リブ本管)

S=1/20


Aタイプ

汚水桝 構造図 S=1/5

官民境界

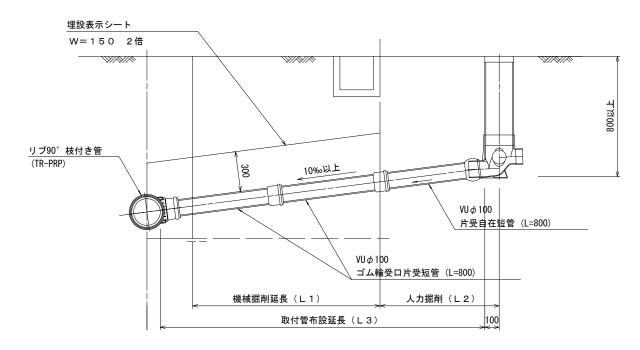



Bタイプ

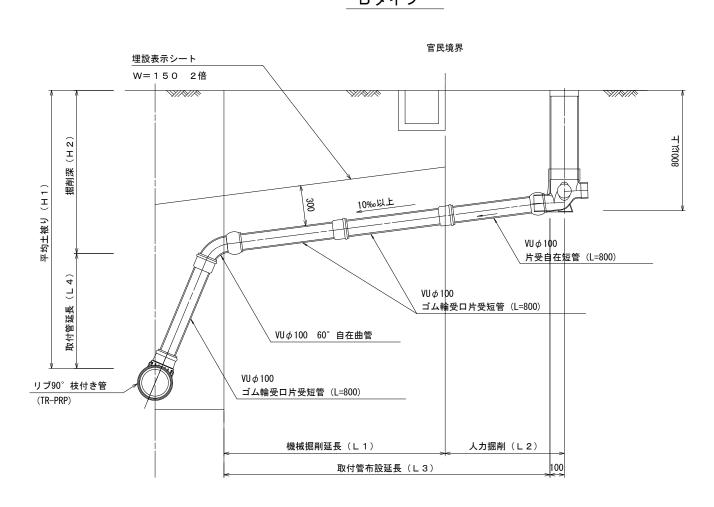


平 面 図

(参考)

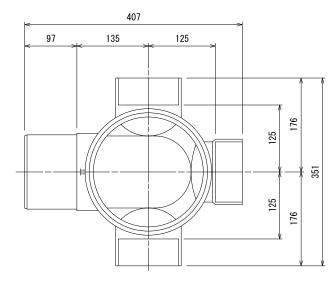

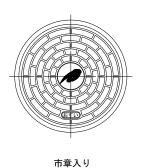

断面図

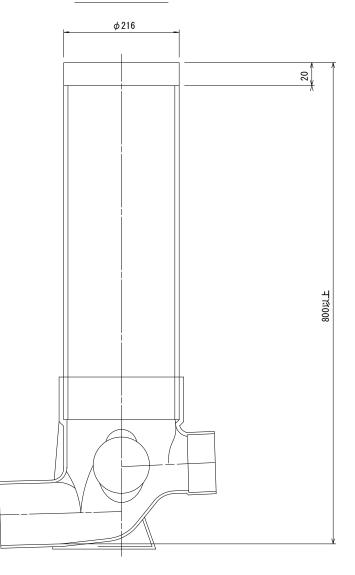

参え

※この図面はA2サイスを原寸とする。				
工事名	令和元年度 下建公補第16号			
	津第3-3処理分区公共下水道工事			
施工箇所名	津市高茶屋小森町地内			
図面の種類	取付管布設標準図(リブ本管)			
縮尺	図示	図面番号	21/21	
事業所名	津市下水道局下水道建設課			