津市本庁舎大規模改修その他工事

株式会社 石本建築事務所

図面番号	図 面 名 称	縮尺: A1	図面番号	図 面 名 称	縮尺: A1	図面番号	図 面 名 称	縮尺: A1	図面番号	図 面 名 称	縮尺: A1
01	図面リスト 1	_	A-08	仕上表7(内部仕上表6)	_	A-50	WC1 展開図	1:50	A-92	連絡通路改修詳細図(改修前)	1:30
02	図面リスト2	_	A-09	仕上表8(WC改修 仕上表1)	_	A-51	WC2 平面詳細図	1:30	A-93	連絡通路改修詳細図(改修後)	1:30
03	図面リストろ	_	A-10	仕上表9(WC改修 仕上表2)	_	A-52	WC2 展開図	1:50	A-94	屋上庭園2・3幹線経路改修詳細図(改修後)	1:50
04	図面リスト4	_	A-11	エレメント図	1:5	A-53	WC3 平面詳細図	1:30	A-95	高層棟屋上平面詳細図(改修前)	1:50
			A-12	地下1階平面図(改修前)	1:150	A-54	WC3B 平面詳細図	1:30	A-96	高層棟屋上平面詳細図(改修後)	1:50
	〔特記仕様書<共通/建築>〕		A-13	1階平面図(改修前)	1:150	A-55	WC3 展開図	1:50	A-97	屋根防水改修 部分詳細図	1:5,10,20
T-01	工事特記仕様書(改修)-1	_	A-14	2階平面図(改修前)	1:150	A-56	WC4 平面詳細図	1:30	A-98	展開図(改修後)	1:100
T-02	工事特記仕様書(改修)-2	_	A-15	3階平面図(改修前)	1:150	A-57	WC4 展開図	1:50	A-99	部分詳細図1	1:5,10,20,100,200
T-03	工事特記仕様書(改修)一ろ	_	A-16	4階平面図(改修前)	1:150	A-58	WC5 平面詳細図	1:30	A-100	部分詳細図2	1: 10,20,50
T-04	工事特記仕様書(改修)-4	_	A-17	5・6階平面図(改修前)	1:150	A-59	WC5 展開図	1:50	A-101	防鳥ネット更新詳細図1	1:150
T-05	工事特記仕様書(改修)-5	_	A-18	7・8階平面図(改修前)	1:150	A-60	WC6 平面詳細図	1:30	A-102	防鳥ネット更新詳細図2	1:200
T-06	工事特記仕様書(改修)-6	_	A-19	R階平面図(改修前)	1:150	A-61	WC6 展開図1(改修前)	1:50	A-103	防鳥ネット更新詳細図ろ	1:200
T-07	全体工事参考工程表	_	A-20	地下1階平面図(改修後)	1:150	A-62	WC6 展開図2(改修後)	1:50	A-104	高層棟西コア窓(KCW-1)改修詳細図1	1:5,10,100
T-08	仮設計画図(地下1階平面図) (参考図)	1:150	A-21	1階平面図(改修後)	1:150	A-63	WC7 平面詳細図	1:30	A-105	高層棟西コア窓(KCW-1)改修詳細図2	1:5,20,80
T-09	仮設計画図(1階平面図) (参考図)	1:150	A-22	2階平面図(改修後)	1:150	A-64	WC7 展開図	1:50	A-106	パーティション引戸詳細図(参考図)	1:2,20
T-10	仮設計画図(2階平面図) (参考図)	1:150	A-23	3階平面図(改修後)	1:150	A-65	WC1・2 断面詳細図(改修前)	1:50	A-107	スライディングウォール詳細図(参考図)	1:3,50
T-11	仮設計画図(3階平面図) (参考図)	1:150	A-24	4階平面図(改修後)	1:150	A-66	WC1・2 断面詳細図(改修後)	1:50	A-108	サイン案内図1(地下1階)	1:150
T-12	仮設計画図(4階平面図) (参考図)	1:150	A-25	5・6階平面図(改修後)	1:150	A-67	WC3・4 断面詳細図(改修前)	1:50	A-109	サイン案内図2(1階)	1:150
T-13	仮設計画図(5・6階平面図) (参考図)	1:150	A-26	7・8階平面図(改修後)	1:150	A-68	WC3・4 断面詳細図(改修後)	1:50	A-110	サイン案内図3(2階)	1:150
T-14	仮設計画図(7・8階平面図) (参考図)	1:150	A-27	R階平面図(改修後)	1:150	A-69	WC5~7 断面詳細図(改修前)	1:50	A-111	サイン案内図4(3階)	1:150
T-15	仮設計画図(地下1階天井伏図)(参考図)	1:150	A-28	地下1階天井伏図(改修前)	1:150	A-70	WC5~7 断面詳細図(改修後)	1:50	A-112	サイン案内図5(4階)	1:150
T-16	仮設計画図(1階天井伏図) (参考図)	1:150	A-29	1階天井伏図(改修前)	1:150	A-71	湯沸室平面詳細図・展開図	1:50,100	A-113	サイン案内図6(5・6階)	1:150
T-17	仮設計画図(2階天井伏図) (参考図)	1:150	A-30	2階天井伏図(改修前)	1:150	A-72	WC・湯沸室・食堂改修 部分詳細図	1:5,20,30	A-114	サイン案内図フ(フ・8階)	1:150
T-18	仮設計画図(3階天井伏図) (参考図)	1:150	A-31	3階天井伏図(改修前)	1:150	A-73	市民ホール特定天井 詳細図	1:100	A-115	サイン詳細図1	_
T-19	仮設計画図(4階天井伏図) (参考図)	1:150	A-32	4階天井伏図(改修前)	1:150	A-74	市民ホール特定天井 断面詳細図	1:50	A-116	サイン詳細図2	_
T-20	仮設計画図(5・6階天井伏図)(参考図)	1:150	A-33	5・6階天井伏図(改修前)	1:150	A-75	市民ホール特定天井 部分詳細図(参考図)	1:5,10,20,30	A-117	サイン詳細図ろ	_
T-21	仮設計画図(7・8階天井伏図)(参考図)	1:150	A-34	7・8階天井伏図(改修前)	1:150	A-76	市民ホール特定天井 足場平面図(参考図)	1:50	A-118	サイン詳細図4	_
T-22	仮設計画図(外部搬入計画図) (参考図)	1:400	A-35	地下1階天井伏図(改修後)	1:150	A-77	市民ホール特定天井 足場展開図(参考図)	1:100	A-119	サイン詳細図5	_
T-23	仮設計画図(第2駐車場) (参考図)	1:150	A-36	1階天井伏図(改修後)	1:150	A-78	市民ホール特定天井 既設サイン等移設案内図	1:100	A-120	サイン詳細図6	_
T-24	仮設計画図(外構改修工事1) (参考図)	1:400	A-37	2階天井伏図(改修後)	1:150	A-79	市民ホール特定天井 既設サイン等移設図1	_	A-121	サイン詳細図フ	_
T-25	仮設計画図(外構改修工事2) (参考図)	1:400	A-38	3階天井伏図(改修後)	1:150	A-80	市民ホール特定天井 既設サイン等移設図2	_	A-122	サイン撤去図(地下1階)	1:150
			A-39	4階天井伏図(改修後)	1:150	A-81	市民ホール特定天井 既設サイン等移設図ろ	_	A-123	サイン撤去図(1階)	1:150
			A-40	5・6階天井伏図(改修後)	1:150	A-82	警備員詰所踏込・撤去跡補修改修詳細図	1:50	A-124	サイン撤去図(2階)	1:150
			A-41	7・8階天井伏図(改修後)	1:150	A-83	02会議室改修詳細図	1:50	A-125	サイン撤去図(3階)	1:150
	〔本庁舎改修意匠図〕		A-42	建具特記仕様書	1:5	A-84	議員控室平面詳細図	1:50	A-126	サイン撤去図(4階)	1:150
A-01	附近見取図・配置図	1:400	A-43	建具表(撤去)	1:100	A-85	議員控室展開図	1:100	A-127	サイン撤去図(5・6階)	1:150
A-02	仕上表1(仕上特記・外部仕上表)	_	A-44	建具表(改修1)	1:100	A-86	議場平面詳細図	1:50	A-128	サイン撤去図(7・8階)	1:150
A-03	仕上表2(内部仕上表1)	_	A-45	建具表(改修2)	1:100	A-87	議場議員席・発言台改修詳細図(参考図)	1:20			
A-04		_	A-46	建具表(新設1)	1:100	A-88	車椅子用傍聴席廻り改修詳細図(改修前)	1:30			
A-05	仕上表4(内部仕上表3)	_	A-47	建具表(新設2)	1:100	A-89	車椅子用傍聴席廻り改修詳細図(改修後)	1:30			
A-06	仕上表5(内部仕上表4)	_	A-48	WC1 平面詳細図	1:30	A-90	車椅子傍聴席改修 部分詳細図1	1:5,10			
A-07	仕上表6(内部仕上表5)	_	A-49	WC1B 平面詳細図	1:30	A-91	車椅子傍聴席改修 部分詳細図2	1:5,10			

	履歴	完成図作成 (受注者名)	完成図承諾	法適合確認欄 構造設計一級建築士 証交付番号	法適合確認欄 設備設計一級建築士	製作日	代表設計者	設計者	業務名称	業務契約コード	図面番号	管理建築士
U 万木建筑 直		日付	付 目付		設備設計 板煙米工 記交付番号 記載された 本図 (仕様書)に記載された	() · · · · · · · · · · · · · · · · · ·	一級建築士 一級建築士 大臣登録第181826号 大臣登録第354415		津市本庁舎大規模改修その他工事	107141-03	0.4	│ │ 一級建築士
ISHIMOTO architectural & engineering firm inc		監理技術者	監理者	造関係規定に適合することを	確認した。備関係規定に適合すること		田中 嘉宏 (川﨑啓介()	図面名称	縮尺	- 01	大臣登録第248074号
= is involve architectural & engineering firm, inc.	ver.20180105	担当者	担当者	構造設計一級建築士 証交付番号	設備設計一級建築士 証交付番号		日付	担当者	図面リスト 1	_	原図:A 1	奥井康史

図面番号	図	面	名	称	 縮尺:A1	図面番号	図 [面 名	 i 称	縮	尺: A1	図面番号	図	面	名 和	 称	縮尺: A1	図面番号	図 面 名	—————— 称	縮尺: A1
	〔既設図面〕]					〔キュービクル棟・ラッ	ック棟 意[〔外構図〕							 告図〕	
AK-01	既設断面図		 匀 1		1:150	CT-01	建築工事特記仕村				_	G-01	外構撤去図				1:300	S-01	建築工事特記仕様書(構)		_
AK-02	既設断面図				1:150	CT-02		 恭書 一 2			_	G-02	└── 外構撤去詳細[図 1			1:5,10	S-02			_
AK-03	既設断面図		 匀 1		1:150	CT-03	建築工事特記仕村	·····································			_	G-03	外構撤去詳細图	型 2			1:15,20	S-03	建築工事特記仕様書(構)	<u></u> 造) — 3	_
AK-04	既設断面図	東西方向	<u> </u>		1:150	CT-04	建築工事特記仕村	書 - 4			_	G-04	外構撤去詳細图	型 図 3			1:5,10,15,20	S-04	配筋規準図 — 1		_
AK-05	既設図面	1 (南	・東立	面図)	1:200	CT-05	建築工事特記仕村	·····································			_	G-05	外構撤去詳細图	到 4			1:5,10,20	S-05	配筋規準図 - 2		_
AK-06	既設図面 2	2 (北	・西立	面図)	1:200	CT-06	建築工事特記仕村	*書一6			- 1	G-06	外構撤去詳細図	型 5			1:10,20	S-06	配筋規準図 -3		_
AK-07	既設図面	3 (中原	建南北	立面図)	1:200	CT-07	建築工事特記仕村	議書 −7			_	G-07	外構平面図				1:300	S-07	配筋規準図-4		_
						CT-08	高所化工事 参考	了工程表			_	G-08	外構詳細図1				1:5,10	S-08	配筋規準図-5		_
						CT-09	仮設計画図1(参	多考図)		1	: 400	G-09	外構詳細図2				1:5,10,15,20,60	S-09	壁式構造配筋規準図		_
						CT-10	仮設計画図2(参	多考図)		1	: 400	G-10	外構詳細図る				1:10,20,60	S-10	構造躯体埋設配管要領		_
						CT-11	仮設計画図3(参	多考図)		1	: 400	G-11	外構詳細図4				1:5,10,20,30	S-11	溶接規準図・仕□規準図		_
						CT-12	仮設計画図4(参	多考図)		1	: 400	G-12	外構詳細図5				1:30	S-12	鉄骨標準詳細図(1)		_
						CT-13	仮設計画図5(参	多考図)		1	: 400	G - 13	植栽図				1:300	S-13	鉄骨標準詳細図(2)		_
												G - 14	思いやり駐車均	湯・歩	廊平面図		1:50	S-14	型枠デッキ標準図		_
						C-01	現況測量図			1	: 300	G-15	思いやり駐車均	易・歩ん	廊求積図		1:100	S-15	露出型柱脚工法。設計施工	工標準図-1	_
						C-02	求積図・面積表	・地盤面	算定表	1	: 100	G-16	思いやり駐車均	昜詳細[図		1:30	S-16	露出型柱脚工法 設計施工	工標準図-2	_
						C-03	仕上表1(仕上特	詩記)			_	G-17	歩廊1詳細図				1:50	S-17	梁貫通補強要領図		_
						C-04	仕上表2(外部位	上上表・「	内部仕上表	₹)	_	G-18	歩廊2・3詳細				1:30	S-18	調査位置図・地質推定断し	面図	_
						C-05	キュービクル棟	平面図・ヲ	天井伏図・建	建具表 1	: 100	G-19	歩廊4詳細図				1:30	S-19	土質柱状図-1		_
						C-06	キュービクル棟]	立面図・出	折面図	1	: 100	G-20	思いやり駐車均	易・歩	廊廻り外構	図	1:50	S-20	土質柱状図 -2		_
						C-07	キュービクル棟	色計図・降	皆段詳細図	1	: 50	G-21	外構図(第25	注車場))		1:150	S-21	伏図-1		1:100
						C-08	ラック棟 平面日	・建具	表	1	: 50	G-22	第2駐車場 外	 構詳 組	田図		1:10,20	S-22	伏図-2		1:100
						C-09	ラック棟 立面図	図・矩計[図		: 50							S-23	軸組図一1		1:100
						C-10	部分詳細図1(キ	ュービク	ル棟外部1		10,20							S-24	軸組図一2		1:100
						C-11	部分詳細図2(キ	ュービク	ル棟外部2	2) 1:5,1	10,20,30,50							S-25	ラック棟伏図・軸組図		1:100
						C-12	部分詳細図ろ(キ	ュービク	ル棟外部ろ									S-26	杭・基礎リスト		1:30
						C-13	部分詳細図4(ラ	ック棟)			5,10,20							S-27	基礎配筋詳細図		1:20
						C-14	山留平面図(参	考図)		1	: 150							S-28	RC部材リスト		1:30
						C-15	ALC詳細図(参	考図)			1:8							S-29	鉄骨部材リスト		1:30
																		S-30	·		1:30
																			鉄骨目隠し構造図・詳細図	図	1:20,30,100
						ļ												S-32	RC雑詳細図		1:30
																		S-33	鉄骨雑詳細図 		1:30
																		S-34	オイルタンク構造図		1:10,30
						<u> </u>															
						_															
						 															

石本建築事務所 ISHIMOTO architectural & engineering firm, inc.
--

履歷	完成図作成 (受注者名)	完成図承諾	法適合確認欄	法適合確認欄 設備設計一級建築士	製作日	代表設計者	設計者	業務名称	業務契約コード	図面番号	管理建築士
	日付	日付	法適合確認欄 構造設計一級建築士 証交付番号	設備設計一級建築士 証交付番号		一級建築士	一級建築士	津市本庁舎大規模改修その他工事	107141-03		477 7 th 477 1
	監理技術者	· \ 監理者	本図(仕様書)に記載された事項は、構造関係規定に適合することを確認した。	本図(仕様書)に記載された事項は、設 備関係規定に適合することを確認した。		大臣登録第181826号	大臣登録第354413号	N TO A Str	位 口	02	一級建築士
		/	造関係規定に適合することを確認した。 構造設計一級建築士	設備設計一級建築士	ファイル名	田中 嘉宏 ()	川崎啓介()	図面名称	柏尺		大臣登録第248074号
ver.20180105	担当者	`\ 担当者 / 	証交付番号	証交付番号		日付	担当者	図曲サストと	_	原図: A 1	奥井康史

図面番号	図 面 名 称	縮尺:A1	図面番号	図 面 名 称	縮尺: A1	図面番号	図面	五 名	称	縮尺: A1	図面番号	図 値	名	称	縮尺: A1
	〔本庁舎改修電気設備図特記仕様書〕		E-36	電灯設備 2階平面図(改修後)	1:200	E-78	自動火災報知設備	5 · 6 階平面	面図(改修後)	1:200					
特E-01	電気設備特記仕様書-1	_	E-37	電灯設備 3階平面図(改修後)	1:200	E-79	自動火災報知設備	7 · 8 階平面	面図(改修後)	1:200					
特E-02	電気設備特記仕様書 - 2	_	E-38	電灯設備 4階平面図(改修後)	1:200	E-80	配置図(撤去図)			_					
特E-03	電気設備特記仕様書-3	_	E-39	電灯設備 5・6階平面図(改修後)	1:200	E-81	直流電源装置設備詳	f細図 (撤去D	<u> </u>	_					
			E-40	電灯設備 7・8階平面図(改修後)	1:200	E-82	自家発電設備1(撤去図)		_					
			E-41	非常照明設備 地下1階平面図(改修後)	1:200	E-83	自家発電設備2(撤去図)		_					
	〔本庁舎改修電気設備図〕		E-42	非常照明設備 1階平面図(改修後)	1:200	E-84	電灯幹線系統図(撤去図)		_					
E-01	電気設備 配置図(改修後)	1:300	E-43	非常照明設備 2階平面図(改修後)	1:200	E-85	動力幹線系統図(撤去図)		_					
E-02	キュービクル棟 電気設備 平面図	1:100	E-44	非常照明設備 3階平面図(改修後)	1:200	E-86	電灯・動力・幹線設備	B1階平面[図(撤去図)	_					
E-03	新設受変電設備単線結線図(1)	_	E-45	非常照明設備 4階平面図(改修後)	1:200	E-87	電灯・動力・幹線設	设備 1階平面	面図(撤去図)	_					
E-04	新設受変電設備単線結線図(2)	_	E-46	非常照明設備 5.6階平面図(改修後)	1:200	E-88	電灯・動力・幹線設	と備 2階平面	面図(撤去図)	_					
E-05	既存庁舎棟 受変電設備単線結線図(改修)(1)	_	E-47	非常照明設備 7.8階平面図(改修後)	1:200	E-89	電灯・動力・幹線設	设備 3階平面	面図(撤去図)	_					
E-06	既存庁舎棟 受変電設備単線結線図(改修)(2)	_	E-48	コンセント設備 地下1階平面図(改修後)	1:200	E-90	電灯・動力・幹線設備	前 4階平面図	図(撤去図)	_					
E-07	発電機設備・直流電源設備 仕様書	_	E-49	コンセント設備 1階平面図(改修後)	1:200	E-91	電灯・動力・幹線設備	前 5・6階平	平面図(撤去図)	_					
E-08	発電機設備 機器外形図	1:40	E-50	コンセント設備 2階平面図(改修後)	1:200	E-92	電灯・動力・幹線設備	- 前 7・8階平	平面図(撤去図)	_					
E-09	発電機設備 配置配管図	1:50	E-51	コンセント設備 3階平面図(改修後)	1:200	E-93	電灯・動力・幹線設	设備 R階平面	面図(撤去図)	_					
E-10	発電機設備 配置配管平面図	1:50	E-52	コンセント設備 4階平面図(改修後)	1:200	E-94	動力監視盤概要図((撤去参考図))	_					
E-11	発電機設備 配置配管断面図	1:60	E-53	コンセント設備 5・6階平面図(改修後)	1:200										
E-12	幹線リスト	_	E-54	コンセント設備 フ・8階平面図(改修後)	1:200										
E-13	幹線設備 系統図(1)	_	E-55	電灯・コンセント設備 便所廻り詳細図	1:100										
E-14	幹線設備 系統図(2)	_	E-56	リージョンプラザ幹線設備 地下1階平面図(改修後)	1:300										
E-15	動力制御盤表	_	E-57	リージョンプラザ幹線設備 1階平面図(改修後)	1:300										
E-16	電灯分電盤表(1)	_	E-58	リージョンプラザ幹線設備 3階平面図(改修後)	1:300										
E-17	電灯分電盤表(2)	_	E-59	全館放送設備 機器仕様図	_										
E-18	電灯分電盤表(3)	_	E-60	情報表示設備(登退庁表示)機器仕様図	_										
E-19	電灯分電盤表(4)	_	E-61	視覚障害者設備 特記仕様書・システム図・機器姿図	_										
E-20	電灯分電盤表(5)	_	E-62	弱電設備 地下1階平面図(改修後)	1:200										
E-21	電灯分電盤表(6)	_	E-63	弱電設備 1階平面図(改修後)	1:200										
E-22	電灯分電盤表 (7)	_	E-64	弱電設備 2階平面図(改修後)	1:200										
E-23	電灯分電盤表(8)	_	E-65	弱電設備 3階平面図(改修後)	1:200										
E-24	電灯分電盤表(9)	_	E-66	弱電設備 4階平面図(改修後)	1:200										
E-25	幹線・動力設備 地下1階平面図(改修後)	1:200	E-67	弱電設備 5・6階平面図(改修後)	1:200										
E-26	幹線・動力設備 1階平面図(改修後)	1:200	E-68	弱電設備 7・8階平面図(改修後)	1:200										
E-27	幹線・動力設備 2階平面図(改修後)	1:200	E-69	自動火災報知設備 更新手順概要図	_										
E-28	幹線・動力設備 3階平面図(改修後)	1:200	E-70	自動火災報知設備 (本庁舎)凡例・注記	_										
E-29	幹線・動力設備 4階平面図(改修後)	1:200	E-71	自動火災報知設備 (本庁舎)系統図	_										
E-30	幹線・動力設備 5・6階平面図(改修後)	1:200	E-72	自動火災報知設備 (リージョンプラザ)系統図・凡例	_										
E-31	幹線・動力設備 フ・8平面図(改修後)	1:200	E-73	自動火災報知設備 地下1階平面図(改修後)	1:200										
E-32	幹線・動力設備 R階平面図(改修後)	1:200	E-74	自動火災報知設備 1階平面図(改修後)	1:200										
E-33	照明器具姿図	_	E-75	自動火災報知設備 2階平面図(改修後)	1:200										
E-34	電灯設備 地下1階平面図(改修後)	1:200	E-76	自動火災報知設備 3階平面図(改修後)	1:200										
E-35	電灯設備 1階平面図(改修後)	1:200	E-77	自動火災報知設備 4階平面図(改修後)	1:200										

石本建築事務所 ISHIMOTO architectural & engineering firm, inc.
--

履歷	完成図作成 (受注者名)	完成図承諾	法適合確認欄	法適合確認欄	製作日	代表設計者	設計者 (7.7.4.4.4.4.4.4.4.4.4.4.4.4.4.4.4.4.4.4	業務名称	業務契約コード	図面番号	管理建築士
	日付	日付	│構造設計一級建築士 │証交付番号	設備設計一級建築士 証交付番号		一級建築士	一級建築士	津市本庁舎大規模改修その他工事	107141-03		/B -+ 66
	<u></u> 監理技術者	∖│監理者	本図(仕様書)に記載された		た事項は、設して、ファイルタ	大臣登録第181826号	大臣登録第354413号	Sill fin do the	位 口	03	一級建築士
		/	超機能規定に適合すること 横浩設計一級建築十	を確認した。哺異係規定に適合すると	こを確認した。 ファイル名	田中嘉宏()	川崎 各介(河南川スト?	始 尺		大臣登録第248074号
ver.20180105	担当者	∖	証交付番号	証交付番号		日付	担当者		_	│原図:A 1	1 奥井康史

図面番号	図 面 名 称	縮尺: A1	図面番号	図 面 名 称	縮尺:A1	図面番号	図 面 名 称	縮尺: A1	図面番号	図 面 名 称	縮尺: A1
	[本庁舎改修衛生設備図]		M-37	(改修)衛生設備 1階平面図	1:200		[本庁舎改修空調設備図]		M-105		_
MT-01	機械設備特記仕様書-1	_	M-38	(改修)衛生設備 2階平面図	1:200	M-64	(撤去)空調設備 機器表	_	M-106	自動制御設備 中央監視点一覧表(4)	_
MT-02	機械設備特記仕様書-2	_	M-39	(改修)衛生設備 3階平面図	1:200	M-65	(撤去)空調設備 配管系統図	_	M-107	自動制御設備 中央監視点一覧表(5)	_
MT-03	凡例 衛生設備	_	M-40	(改修)衛生設備 4階平面図	1:200	M-66	(撤去)空調設備 B1階配管平面図	1:200	M-108	自動制御設備 中央監視点一覧表(6)	_
MT-04	凡例空調設備	_	M-41	(改修)衛生設備 5・6階平面図	1:200	M-67	(撤去)空調設備 1階配管平面図	1:200	M-109	自動制御設備 計装図(1)	_
MT-05	アスベスト処理リスト	_	M-42	(改修)衛生設備 7・8階平面図	1:200	M-68	(撤去)空調設備 2階配管平面図	1:200	M-110	自動制御設備 計装図(2)	_
M - O1	(撤去)衛生設備 衛生器具表	_	M-43	(改修)衛生設備 R階平面図	1:200	M-69	(撤去)空調設備 3階配管平面図	1:200	M-111	自動制御設備 計装図(3)	_
M-02	(撤去)衛生設備 衛生器具表	_	M-44	(改修)衛生設備 B1階WC詳細図	1:50	M-70	(撤去)空調設備 4階配管平面図	1:200	M-112	自動制御設備 計装図(4)・表類	_
M - 03	(撤去)衛生設備 配管系統図	_	M-45	(改修)衛生設備 B1階受水槽詳細図	1:50	M - 71	(撤去)空調設備 5.6階配管平面図	1:200	M-113	(撤去)自動制御設備 B1階配管平面図	1:200
M-04	(撤去)衛生設備 配置図	1:300	M-46	(改修)衛生設備 B1階厨房詳細図	1:50	M - 72	(撤去)空調設備 7.8階配管平面図	1:200	M-114	(撤去)自動制御設備 1階配管平面図	1:200
M-05	(撤去)衛生設備 B1階平面図	1:200	M - 47	(改修)衛生設備 B1階宿直室・食堂洗面詳細図	1:50	M - 73	(撤去)空調設備 B1階ダクト平面図	1:200	M-115	(撤去)自動制御設備 2階配管平面図	1:200
M-06	(撤去)衛生設備 1階平面図	1:200	M-48	(改修)衛生設備 1階WC詳細図	1:50	M - 74	(撤去)空調設備 1階ダクト平面図	1:200	M-116	(撤去)自動制御設備 3階配管平面図	1:200
M-07	(撤去)衛生設備 2階平面図	1:200	M - 49	(改修)衛生設備 1階湯沸室詳細図	1:50	M - 75	(撤去)空調設備 2階ダクト平面図	1:200	M-117	(撤去)自動制御設備 4階配管平面図	1:200
M-08	(撤去)衛生設備 3階平面図	1:200	M-50	(改修)衛生設備 2階WC詳細図	1:50	M-76	(撤去)空調設備 3階ダクト平面図	1:200	M-118	(撤去)自動制御設備 5.6階配管平面図	1:200
M-09	(撤去)衛生設備 4階平面図	1:200	M-51	(改修)衛生設備 2階議会棟WC・高層棟湯沸 1詳細図	1:50	M - 77	(撤去)空調設備 4階ダクト平面図	1:200	M-119	(撤去)自動制御設備 7.8階配管平面図	1:200
M-10	(撤去)衛生設備 5・6階平面図	1:200	M-52	(改修)衛生設備 2階議会棟正副議長室洗面廻詳細図	1:50	M - 78	(撤去)空調設備 5・6階ダクト平面図	1:200	M-120	(撤去)自動制御設備 R階配管平面図	1:200
M - 11	(撤去)衛生設備 7・8階平面図	1:200	M-53	(改修)衛生設備 3階WC詳細図	1:50	M - 79	(撤去)空調設備 7・8階ダクト平面図	1:200	M-121	(改修)自動制御設備 配置図	1:300
M-12	(撤去)衛生設備 R階平面図	1:200	M-54	(改修)衛生設備 3階WC・湯沸1詳細図	1:50	M-80	(改修)空調設備 機器表(1)	_	M-122	(改修)自動制御設備 キュービクル棟平面図	1:300
M - 13	(撤去)衛生設備 B1階WC詳細図	1:50	M - 55	(改修)衛生設備 4階WC詳細図	1:50	M-81	(改修)空調設備 機器表(2)	_	M-123	(改修)自動制御設備 B1階配管平面図	1:200
M - 14	(撤去)衛生設備 B1階受水槽詳細図	1:50	M-56	(改修)衛生設備 4階市長休憩室詳細図	1:50	M-82	(改修)空調設備 機器表(3)	_	M-124	(改修)自動制御設備 1階配管平面図	1:200
M - 15	(撤去)衛生設備 B1階厨房詳細図	1:50	M-57	(改修)衛生設備 4階事務室他詳細図	1:100	M-83	(改修)空調設備 配管系統図(1)	_	M-125	(改修)自動制御設備 2階配管平面図	1:200
M - 16	(撤去)衛生設備 B1階厨房シンダー内配管図	1:50	M-58	(改修)衛生設備 5·6階WC詳細図	1:50	M-84	(改修)空調設備 配管系統図(2)	_	M-126	(改修)自動制御設備 3階配管平面図	1:200
M-17	(撤去)衛生設備 B1階喫茶室詳細図	1:30	M-59	(改修)衛生設備 7階WC・湯沸1詳細図	1:50	M-85	(改修)空調設備 B1階配管平面図	1:200	M-127	(改修)自動制御設備 4階配管平面図	1:200
M-18	(撤去)衛生設備 B1階宿直室詳細図	1:30	M-60	(改修)衛生設備 8階WC詳細図	1:50	M-86	(改修)空調設備 1階配管平面図	1:200	M-128	(改修)自動制御設備 5.6階配管平面図	1:200
M-19	(撤去)衛生設備 1階WC詳細図	1:50	M-61	(改修)衛生設備 R階高架水槽廻詳細図	1:50	M-87	(改修)空調設備 2階配管平面図	1:200	M-129	(改修)自動制御設備 7.8階配管平面図	1:200
M-20	(撤去)衛生設備 1階湯沸室詳細図	1:30	M-62	(改修)消火設備 B1階平面図	1:150	M-88	(改修)空調設備 3階配管平面図	1:200	M - 130	(改修)自動制御設備 R階配管平面図	1:200
M-21	(撤去)衛生設備 2階WC詳細図	1:50	M-63	(改修)消火設備 1階平面図	1:150	M-89	(改修)空調設備 4階配管平面図	1:200			
M-22	(撤去)衛生設備 2階議会棟WC・湯沸室詳細図	1:50				M-90	(改修)空調設備 5.6階配管平面図	1:200			
M-23	(撤去)衛生設備 2階議会棟正副議長室洗面廻図	1:30				M-91	(改修)空調設備 7.8階配管平面図	1:200			
M-24	(撤去)衛生設備 3階WC詳細図	1:50				M-92	(改修)空調設備 R階配管平面図	1:200			
	(撤去)衛生設備 4階市長休憩室・7、8階湯沸室詳細図	1:50				M-93	,	_			
M-26	(撤去)衛生設備 4階事務室他水廻詳細図	1:100				M-94	,	1:200			
M-27	(撤去)衛生設備 7·8階WC詳細図	1:50				M-95	(改修)空調設備 1階ダクト平面図	1:200			
M-28	(撤去)衛生設備 R階高架水槽廻詳細図	1:50				M-96	(改修)空調設備 2階ダクト平面図	1:200			
	(撤去)消火設備 B1階平面図	1:150				M-97	(改修)空調設備 3階ダクト平面図	1:200			
	(撤去)消火設備 1階平面図	1:150				M-98	(改修)空調設備 4階ダクト平面図	1:200			
M - 31	` '	_				M-99	(改修)空調設備 5・6階ダクト平面図	1:200			
	(改修)衛生設備 衛生器具表(1)	_				M-100	(改修)空調設備 7・8階ダクト平面図	1:200			
M - 33	(改修)衛生設備 衛生器具表(2)	_				M - 101	自動制御設備 中央監視装置	_			
M - 34	(改修)衛生設備 配管系統図	_				M-102		_			
M - 35	(改修)衛生設備 配置図	1:300					自動制御設備 中央監視点一覧表(1)	_			
M - 36	(改修)衛生設備 B1階平面図	1:200				M - 104	自動制御設備 中央監視点一覧表(2)	_			

	履歴	完成図作成 (受注者名)	完成図承諾	法適合確認欄 構造設計一級建築士	法適合確認欄 設備設計一級建築士	製作日	代表設計者	設計者 47.7.7.2.2.4.4.1.1.1.1.1.1.1.1.1.1.1.1.1.1.1.1	業務名称	業務契約コード	図面番号	管理建築士
U T 大油纸重效证		日付	日付	証交付番号	証交付番号		一級建築士	一級建築士	津市本庁舎大規模改修その他工事	107141-03		 一級建築士
口中建彩事物川		監理技術者	」 監理者	本図(仕様書)に記載された事項は、構造関係規定に適合することを確認した。	本図(仕様書)に記載された事項は、設 機関係規定に適合することを確認した。	ファイル名	大臣登録第181826号	大臣登録第354413号	図面名称		04	
ISHIMOTO architectural & engineering firm, inc.		担当者	/	構造設計一級建築士	設備設計一級建築士			担当者	図面リスト4	—		大臣登録第248074号
	ver.20180105	234	/ 234	証交付番号	証交付番号		ניו ט	234			原図:A 1	│

工事特記仕様書(改修)

I. 工事名称	津市本庁舎大規模改修その他工事(建築)
Ⅱ.工事概要	
1 工事場所	津市西丸之内地内
2 敷地面積	19, 624. 913 m ²
3 工事内容	
棟名称	本庁舎
構造	SRC
建築面積	3, 813. 13 m ²
延べ面積	20, 774. 56 m ²
工事項目	建築工事

Ⅲ.建築改修工事仕様 1 共通仕様

図面及び特記仕様書に記載されていない事項は、「三重県公共工事共通仕様書」及び「公共建築改修工事標準仕様書(建築工事編)平成28年版 (以下「改修標準仕様書」という。)による。

2 特記仕様

- (1) 項目は、番号に〇印の付いたものを適用する。
- (2) 特記事項は、〇印の付いたものを適用する。 (3) 項目欄に記載の() 内表示番号は改標件の該当項目等を示す。

	(3) 項目欄に記載の	() 内表示番号は改標仕の該当項目等を示す。
章	項目	特記事項
1	1 適用基準等	1)公共建築工事標準仕様書(建築工事編) 国土交通大臣官房官庁営繕部監修(平成28年版)
		2) 建築工事標準詳細図 国土交通大臣官房官庁営繕部監修(平成28年版)
60.		3) 公共建築改修工事標準仕様書(建築工事編)(平成28年版)
般 #		4)標準仕様書の技術的解釈については、建築改修工事監理指針、建築工事監理指針(平成28年版)に準拠する
井	(2) 施工条件	 施工方法及び検査に関する事項
通		※ 工事契約後、速やかに調査及び施工計画書等を作成し、現場着手までに市監督員の承諾を得ること。※ 作業着手までの施設調査は、事前に施設管理者及び市監督員の承諾を得るものとし、施設運営に影響を与えない範囲
事		(原則閉庁時)とする。 ※ 工事中の安全計画・消防計画等は、市監督員と十分協議し、作業及び通行時等の安全確保・災害防止に努めること。
項		※ 本工事における諸官庁への届出、手続き及び書類等は、速やかに提出し工事の遂行に影響の無いよう努めること。 ※ 特定作業に伴って発生する騒音は、低振動・低騒音に努め騒音規制法に基づき関係機関への届出・打合せの上、作業 に着手する事とし又、周辺住民等からの苦情があった時は、工事を一時中断し、誠意をもって地元調整を行い、工事の 再開は市監督員の承認を得てから行うこと。 ※ 本庁舎北側通路に工事車両を搬出入する場合は、西側から搬出入すること。
		※ 本工事は、平日作業可とするが、庁舎運営に支障のない範囲(騒音・振動の無い作業に限る)とする。なお、議会棟 改修については、議会運営に影響のないように市監督員と協議すること。
		※ 平日作業時は、来庁者等の動線に注意すると共に、資材運搬時も十分注意すること。※ 大会議室A改修時期については、選挙及び研修等を考慮し、施設管理者及び市監督員と協議の上、施工すること。
		※ 当工事は原則各執務室等毎に中間検査を受け、引き渡すこと。便所改修については、完了した階毎に中間検査を受け、 随時引渡しを行うこと。なお、中間検査の回数及び時期は市監督員と協議の上決定すること。
		※ 高所化工事に伴う、敷地内道路横断作業(幹線埋設作業)については令和2年5月2日〜令和2年5月10日までに完了することとし、5月11日以降の通行等に支障のないようにすること。なお、埋設作業前の既設解体及び埋設作業後の復旧作業について、上記期間で作業が完了しない範囲については、市監督員及び施設管理者と協議の上、休日作業(土・日・祝)とする。
		※ 高所等の施工個所で完成検査時に確認が困難な工事については、足場解体前に市検査課による随時検査(書類を含む) を受けること。また、当該検査の合格をもって足場解体を行うこと。
		※ 市内公金取扱所内工事については、市内公金取扱所契約の警備会社立会いのうえ作業を行うこと。 ※ 隣接施設の津リージョンプラザは年末年始を除き、原則年中無休のため、休日作業時の安全に注意すると共に、事前 周知資料を作成し、施設運営についても配慮すること。
		満知資料を1F成し、施設運営についても配慮すること。 ※ 作業中は養生等を適切に行い、防塵対策に努めること。(既存備品及び機器等の養生含む)
		※ 仮設案内及び養生等は作業進捗に合わせて適宜行うこと。また、執務場所等の改修を行うにあたり、事前に周知が必
		要なため、都度資料の作成を行うこと。 ※ 工事期間中も施設運営を行っているため、緊急かつ必要な場合は、市監督員以外の者も施工者に指示することがある が、その場合はその指示に従うこと。
		※ 第2駐車場を工事ヤードとして利用する場合については、土地借地料を受注者負担とする。 ※ 停電作業については、庁舎及び津リージョンプラザの運営に支障を来さぬよう注意し、事前に市監督員、庁舎管理担当
		│ 者と調整を図ること。 │ 既設受変電設備の高圧ケーブル切替作業は、耐圧試験も含め、令和3年1月9日に行うこと。
		※ 断水を伴う作業については原則として閉庁時間とし庁舎運営に支障を来さないようにすること。
		※ 工事期間中、近隣関係者等へ危害を与えないよう注意し、かつ周道路等に資材を落下させたり、ほこり等を飛散させないよう万全の注意を払うこと。
		┃ ※ 場外退出時、車両足廻りの洗浄等を行い、汚損等しないようにすること。┃ ※ 工事車両の出入りについては、安全確保に十分配慮すること。
		 ※ 大型車両通行時には誘導員を配置し、通行人及び敷地周辺、工事車両出入口周辺の安全確保を徹底すること。 ※ 工事車両及び工事関係車両は、周辺道路に駐車しないこと。なお、敷地内においても通行人等に配慮すること。 ※ 工事用水、電力については、改修工事時は既存の施設を無償で利用できる。(新築工事については、受注者の負担。) ※ 工事期間中、工事に起因し既存施設破損等を与えた場合は、工事受注者の責任において速やかに現状復旧するとともに市監督員に報告書を提出すること。
		※ 工事着手前には、現況状況把握の為に破損箇所等があれば、市監員立合いのもと写真に記録しておくこと。また、工事 過程に於いて、既設施設に破損等を与えた場合は、受注者の負担において速やかに復旧すると共に、市監督員に報告する こと。
		※ 設計図書に明記なくとも機能上及び構造上当然必要と認められるもの並びに、取り合いのはつり補修復旧は本工事に含む。なお内訳書の数量は参考とし、当図面を優先する。
		※ 同建築物(リージョンプラザ)別工事があるので、互いに協力し工事の遂行に影響のないよう努めること。

	工事契約後に明らかり 分別解体等の方法	こなったやむをえない	▶情により、	予定した条	件により難い	ハ場合は、監督	督員と協議するものとする。
	工程 造成等	作業の有無・ 有 ① 無	・手作業	川解体等の方	法]	
	基礎・基礎ぐい	· 有 ① 無	・手作業、 ・手作業	機械作業の係	并用	1	
	上部構造部分・外装		手作業、手作業	機械作業の係	并用	<u> </u>	
	屋根		手作業、手作業	機械作業の係	并用		
	(屋上防水) 建築設備・内装等		手作業、手作業	機械作業の係	并用	<u> </u>	
	その他		・手作業、・手作業	機械作業の係	并用	_	
	(外構)○ 引き渡しを要す。		手作業、	機械作業の係	并用		
	 可能であれば 飛散されない 保護具及び作 解体されたボ 事前に使用管 現場において再 再資源化を図る 引渡を要するもの、「	版等解体時の留意点 出来るだけ粉塵の発 湿潤状態(散水)と 様にすること。 業着を着用すること。 一ド等は、蓋のある。 所や状況の調査を行 利用を図るもの ・ ア建設 ・ ・ ・ ・ ・ ・ ・ ・ ・ ・ ・ ・ ・ ・ ・ ・ ・ ・ ・	(アスベスト会生しない方法でして作業を進む。 容器に入れる。 (アリートトリート はカート はカート は 調書 こついて は 調書	有成うこと。 こと。 こと。 こと。 にであること。 にであること。 にであること。 にであること。 にであること。 にであること。 にであること。 にであること。 にはいる。 にはい。 にはい。 にはい。 にはいる。 にはい。 にはい。 にはいる。 にはい。 にはい。 にはい。 にはい。 にはい。 にはい。 にはい。 にはい	ケイ酸カル ない ない かいかい かいかい かいかい かいかい ないかい ないかい ない	出すること。	ニル床シート)
4 建設副産物情報 交換システムの 利用	い適切に処理し、監督 再生資源の利用又は 工事着手前及び工事完 すること。 また、工事着手前に	員にマニフェストA、 建設副産物の搬出がる 了後に「再生資源利用	B2、D票を提示 ある場合、受活 用計画書(実施	すること。 三者は受注時 亚書)」及び	においてエ 「再生資源	事請負代金額和	副産物適正処理推進要綱」に が1億円以上の工事につい 書(実施書)」を監督員に 工事完了時にはシステムへ
5) 三重県産業廃棄	報告を行うこと。 本工事には産業廃棄	物税相当分が計上され	h.ていないた&) 受注者が	課税対象と	なった場合には	は完成年度の翌年度の4月
物税	から8月31日までの間 ができる。	に別に定める様式に励	産業廃棄物税約	対証明書を	添付して当	該工事の発注	者に対して支払請求を行う ストの数量の集計)を超え [*]
6 電気保安技術者 (1.3.3)	適用する						
7 技能士 (1.6.2)	職種別に可能なもの 調査方法は施工		こ活用のこと。				
8 施工数量調査 (1.5.2)		法 ・ 工種別の物 び施工に関し関連する		節囲			
9 調査のための 破壊部分の補修	補修方法 • 図	示(図面番号:) •	(破壊前の現	状復帰とす	る)	
(1. 5. 3)	1) 本工事に使用する 2) 本工事に使用する	る木材は、津市公共顕 る建築材料のホルムフ					ること。
(1.5.3)		●で示したものとする		キシレン	エチルベンゼン	スチレン	パラジクロロベンゼン
1 0 建築材料等1 1) 化学物質の濃	測定対象化学物質(途 ホルムアルデヒド	トルエン・・	•	•	•	•
10) 建築材料等		施設 ●	•	•			+
10 建築材料等 11 化学物質の濃 度測定	適用 施設用 学校,教育 住宅	施設	•	•	•	•	
10 建築材料等 11 化学物質の濃 度測定	適用 施設用 学校,教育 住宅 その他 測定対象室及び測定 測定方法(・) パ	施設 ● 也 ● 個所数 • 図示 ッシブ法 • アクラ	● ● ● ● ● ● ● ● ● ● ● ● ● ● ● ● ● ● ●	•	•	•)
10 建築材料等 (1) 化学物質の濃度測定 (1.6.9)	適用 施設用 学校,教育 住宅 その作 測定対象室及び測定・ 測定方法(・・・・パ 報告書提出部数 2	施設 ● 也 ● 個所数 • 図示 ッシブ法 • アクラ	● ● (図面番号: ティブ法)	● A-22, 24)	. ()
10 建築材料等 11 化学物質の濃度測定 (1.6.9)	適用 施設用 学校,教育 住宅 その作 測定対象室及び測定・ 測定方法(・・・・パ 報告書提出部数 2	施設 ● 也	● ● (図面番号: ディブ法)	● A-22, 24 - 当該製品の	★)	・ (うこと。
10 建築材料等 (1) 化学物質の濃度測定 (1.6.9) (1.6.9) (1.6.9)	適用 施設用 学校,教育 住宅 その作 測定対象室及び測定 別定方法(・・・・・・・・・・・・・・・・・・・・・・・・・・・・・・・・・・・・	施設	● ● (図面番号: ティブ法) な材料の工法は な材料の工法は	● A-22,24 ⇒当該製品の がき指定され	●) 指定工法に た建設機械(● ・ (よる。 の使用に努める	ること。
10 建築材料等 (1) 建築材料等 (1) 化学物質の濃度測定 (1.6.9) (1.6.9) (1.6.9) (1.6.9)	適用 施設用 学校,教育 住宅 その作 測定対象室及び測定 別定方法(・・・・・・・・・・・・・・・・・・・・・・・・・・・・・・・・・・・・	施設 ● 也 回所数 ① 図示 回所数 ② 図示 アクラ を アクラ を で アクラ を で アクラ を で で で で で で で で で で で で で で で で で で	● ● ● (図ィブ法) ・	● A-22, 24 :当該製品の :き指定され (平成28年版 ・ (●) 指定工法に た建設機械	● ・ (よる。 の使用に努める 撮影する。	

	- I	
	17 設備工事との 取合い	施工範囲
		○ 駆動装置が電動による建具等の 2 次側の配管・配線及び 操作スイッチ 施工図○ 設備機器の位置、取合い等の検討できる施工図を提出して、監督員の承諾を受けること。
	18 既存部分等へ (1.3.13)	工事施工に際し、在来部分を汚損した場合又は損傷した場合は、監督職員に報告するとともに承諾を受けて現状に準じて補 修する。
	19 事故報告	工事の施工中に事故が発生した場合には、直ちに監督員に通報するとともに、所定の様式により工事事故発生報告書を監督 員が指示する期日までに、監督員に提出すること。 また、事故発生後の措置について監督員と協議を行うとともに、当該事故に係る状況聴取、調査、検証等に協力すること。
	② 消防提出書類	 1) 消火器に係る消防用設備等設置届出書の作成 ・ 建築工事
	② 1) 労働安全衛生 法に基づく労働 災害防止措置	書類の作成(電気設備図面の作成及び電気設備に関する部分の記入)を行うこと。 労働安全衛生法第30条第1項に規定する措置を講ずる必要がある場合、その措置を講ずべき者として、同法第30条第2項の規定に基づき、本工事の請負者を指名する。この場合における指名への同意は、本工事の請負契約を締結することにより得られたものとみなす。
	② 不正軽油の使 用の禁止	1) 一般事項 市工事の施工にあたり、工事現場で使用し、又は使用させる車両(資機材等の搬出入車両を含む。)並びに建設機械等 の燃料として、不正軽油(地方税法第144条の32(製造等の承認を受ける義務等)の規定に違反する燃料をいう。)を使用し
		てはならない。 2) 調査の協力 受注者は、市が使用燃料の採油調査を行う場合には、その調査に協力しなければならない。また、受注者は下請負者等 に同調査に協力するよう管理及び監督しなければならない。 3) 是正措置
		受注者は、不正軽油の使用が判明した場合は、速やかに是正措置を講じなければならない。また、受注者は下請負者等 に不正軽油の使用が判明した場合は速やかに是正措置を講じるよう管理及び監督しなければならない。
	23 屋外広告物	屋外広告物を設置する場合は、「三重県屋外広告物条例」第23条に規定する屋外広告業の登録事業者であること。
② 仮	1 足場	設置する足場について、「手すり先行工法等に関するガイドライン(厚生労働省平成21年4月)」により、「働きやすい安 心感のある足場に関する基準」に適合する手すり、中さん及び幅木の機能を有する足場とし、足場の組立て、解体又は変更の 作業は、「手すり先行工法による足場の組立等に関する基準」の2の(2)手すり据置き型方式又は(3)手すり先行専用足場方 式により行うこと。
設 T	(2. 2. 1) (表2. 2. 1)	内部足場の種別 ① 脚立 ① 足場板 ① (枠組棚足場、くさび緊結式棚相場) ① 上階スラブ下の工事:移動足場外部足場の種別 ① (枠組本足場、脚立) ① 棚足場 (ステージ足場) 防護シート等による養生 ① 適用する ・ 適用しない
事	② 既存部分の養生 (2.3.1)	既存部分の養生 ① 図示 (図面番号: T-08~14, A-78~81) 既存ブラインド・カーテンの養生 養生方法 () 保管場所 ・ 構内既存施設内 固定された備品、机、ロッカーの移動 (移動が必要な場合は、範囲・移動先を監督職員と協議し、承諾を得る) ① 行う ・ 行わない
	③ 仮設間仕切り (2.3.2) (表2.3.1)	屋内の仮設間仕切り ・ A種 ・ B種 ・ C種 合板 厚さ ・ 9mm ・ () せっこうボード 厚さ ・ 9.5mm ・ () 合板又は石こうボードの塗装 ・ 行う ・ 行わない 仮設扉 設置箇所 ・ 図示(図面番号: T-09~15) 種別 ・ A種 ・ B種 ・ C種 ・ 図示
	4 監督員(監理者) 事務所 (2.4.1)	 ・ 構内建物内の一部を使用する。 ① 設置する ・ 設置しない 監督員(監理者)事務所の規模(単位∶㎡)
		適用 0 規模 10程度 20程度 35程度 65程度 100程度 ※建築基準法等(関連法令)に適合すること。
		監督員(監理者)事務所の仕上げ 部 位 等
		床 合板張り又はビニール床シート張り 内壁・天井 合板張り又はせっこうボード張り、合成樹脂エマルション塗り 屋根 装溶融亜鉛めっき鋼板張り、又は鉄板張り、調合ペイント塗り
	5 監督員(監理者)	種類 机・いす 書棚 黒板・白板 掛時計 温度計
	事務所の備品等 (2. 4. 1) (b)	数量 4 組 2 台 1 個 1 個 種類 長靴 雨合羽 保護帽 懐中電灯 衣類ロッカー 数量 4 名 4 個 4 台
		種類 消火器 掃除具 受注者加入電話 冷暖房機器 インターネット FAX 数量 1 個 個 台 台
	6 仮設便所	構内既存の施設 ・ 利用できる ① 利用できない
	7 工事用水	構内既存の施設
	8 工事用電力	○ 利用できる(・ 有償 ○ 無償) ・ 利用できない構内既存の施設
		
	9 交通誘導警備員	配置 ① 図示(図面番号: T-22)


履歴			
ver.20180105	 	 	
ver.20100103			

担当者

法適合確認欄 構造設計一級建築士 証交付番号 法適合確認欄 設備設計一級建築士 証交付番号 完成図作成 (受注者名) 完成図承諾 本図(仕様書)に記載された事項は、構本図(仕様書)に記載された事項は、設 造関係規定に適合することを確認した。 備関係規定に適合することを確認した。 ファイル名 監理技術者 構造設計一級建築士 証交付番号) 設備設計一級建築士 証交付番号 1 担当者

設計者 一級建築士 代表設計者 一級建築士 大臣登録第181826号 大臣登録第354413号 田中 嘉宏 (担当者

業務契約コード 図面番号 管理建築士 津市本庁舎大規模改修その他工事 107141-03 一級建築士 大臣登録第248074号 工事特記仕様書(改修)-1 奥井康史

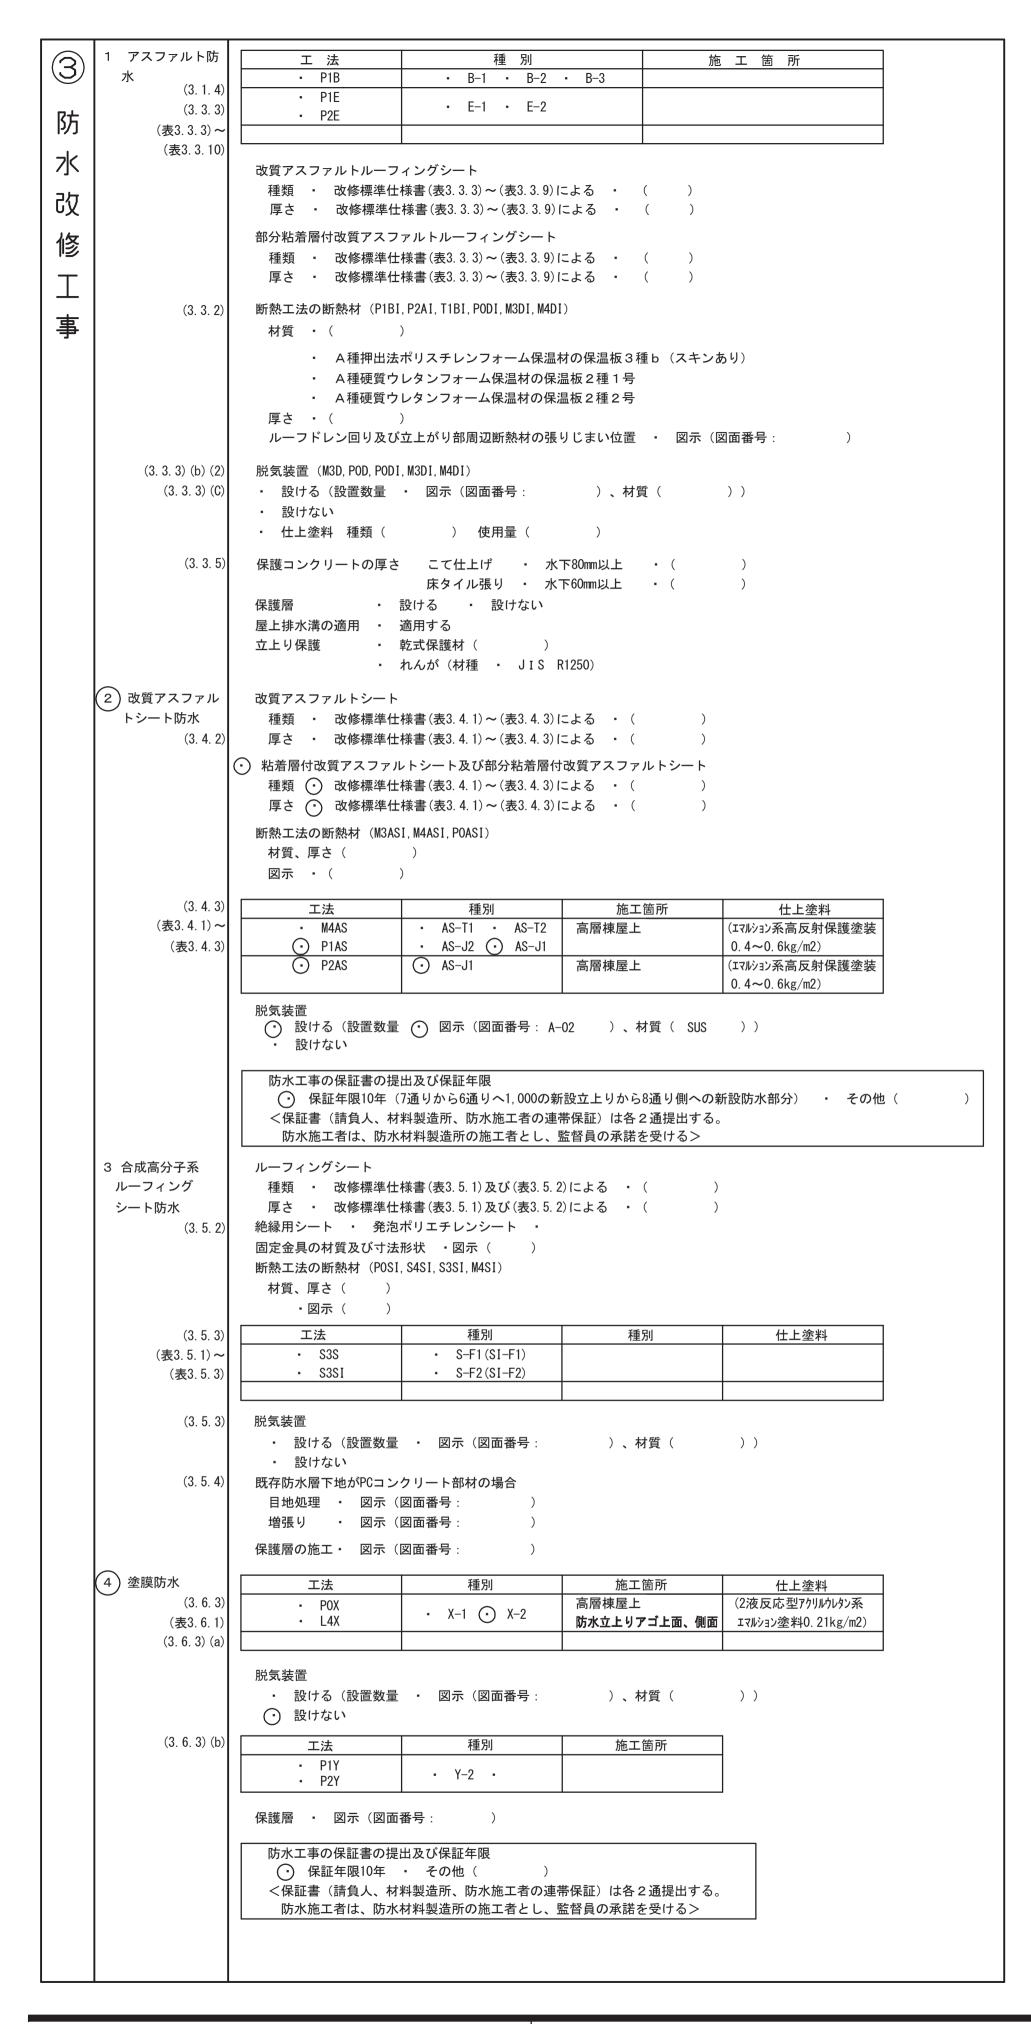

```
5 既存防水層表面
            (M4AS, M4ASI, M4C, M4DI) · 行う · 行わない
  の仕上塗装の除
                         行う ・ 行わない
   (3. 2. 6) (c) (2)
   (3. 2. 6) (c) (6)
(6) シーリング
      (3. 7. 2)
                             材種
                                        施工箇所
     (表3.7.1)
               • SR-1
                           シリコーン系
                                    ガラス押え

    SR-2

                           シリコーン系
               ● MS-2
                          変成シリコーン系 KCW-1改修建具取合い、他建築工事標準仕様書表9.7.1による
               • PS-2
                         ポリサルファイド系 KCW-1改修PC版取合い、他建築工事標準仕様書表9.7.1による

    PU-2

                         ポリウレタン系
    (3.7.4~7) 工法
             シーリング充填工法
             シーリング再充填工法
             拡幅シーリング再充填工法
             ・ ブリッジエ法
               (ボンドブレーカー幅 mm、エッジング材幅 mm)
      (3.7.8) シーリング材の試験
             簡易接着性試験引張接着性試験行わない
フ とい
            材種・・・硬質ポリ塩化ビニル管(カラー)・・・配管用鋼管(白管)
      (3.8.2)
            • ( )
     (表3.8.1)
            工法・図示(図面番号:)
8 アルミニウム製
            部材の種類
             ・ 押出し250形
    (3. 9. 2) (c)
            ・ 押出し300形
     (表3.9.1)
            ・ 押出し350形
             ・ 板材折曲げ形(本体幅(
                               )mm、板厚 • 2.0mm • ( ))
     (3. 9. 3) (b)
            固定金具の間隔( mm)
            固定方法 • ( )
     (3. 9. 2) (d)
            表面処理・()
      (3.9.3)
            工法 既存笠木等の撤去
                                 図示(図面番号:
                  下地補修の工法
                                 図示(図面番号:
                  板材折曲げ形の笠木の取付方法・図示(図面番号:
                 笠木固定金具の工法

    図示(図面番号:


            建築基準法に基づき定まる風圧力及び積雪荷重に対応したか固定金具の間隔固定方法等は施工計画書として提出する。
1 施工数量調査
            ・ 行う ・ 行わない
              調査範囲・全面・()
              調査項目 ・ ひび割れ部 (・ 幅0.2mm ・ 0.2mm~1.0mm ・ 1.0mm以上)
                   はがれ及びはく落部分
                   • 浮き部
              調査方法・打診、目視及びクラックスケール等(・ 足場・ ゴンドラ)
              報告書 2部(立面図等に記載、必要に応じて写真添付)
 2 改修工法の種類
                                               改修工法
                                       樹脂注入工法
      (4. 1. 4)
                           ひび割れ部
                                      ・ Uカットシール材充填工法
      (4. 1. 5)
            ・ コンリート打放し
              仕上げ外壁
                                      · シールエ法
                                     充填工法
                             欠損部
                                       樹脂注入工法
                                       Uカットシール材充填工法
                            ひび割れ部
                                       シール工法
                                       充填工法
                             欠損部
                                       モルタル塗替え工法
                                       アンカーピン学ング
                                       ・ 部分エポメシ樹脂注入工法
             モルタル塗り仕上
                                       ・ 全面エポキシ樹脂注入工法
              げ外壁
                                       ・ 全面ポリマーセメントスラリー注入工法
                                       注入口付アンカーピンニング
                             浮き部
                                       ・/部分エポキシ樹脂注入工法
                                        全面エポキシ樹脂注入工法
                                       ・ 全面ポリマーセメントスラリー注入工法
                                       充填工法
                                       モルタル塗替え工法
                                       樹脂注入工法
                            ひび割れ部
                                      Uカットシール材充填工法
                                      ・ タイル部分張替え工法
                                      ・タイル張替え工法
                                      アンカーピンニング
                                      ・ 部分エポキシ樹脂注入工法
                                      全面エポキシ樹脂注入工法
                                       ・ 全面ポリマーセメントスラリー注入工法
             タイル張り仕上げ
                                      注入口付アンカーピンニング
                             浮き部
                                       ・ 部分エポキシ樹脂注入工法
                                       ・ 全面エポキシ樹脂注入工法
                                       ・ 全面ポリマーセメントスラリー注入工法
                                       エポキシ樹脂注入タイル固定工法
                                       タイル部分張替え工法
                                      タイル張替え工法
                                      目地ひび割れ部改修工法
                             目地
                                       伸縮目地改修工法
                                       薄付け仕上塗材塗り
                                       厚付け仕上塗材塗り
                                       複層仕上塗材塗り
              塗り仕上げ外壁
                            新規仕上げ
                                       可とう形改修用仕上塗材塗り
                                       各種塗料塗り
                                      ・ マスチック塗材塗り
```

(4. 2. 2) (a) (4. 3. 4)	樹脂注力種類	ペエム • 自動式低E	Eエポキ [・]	シ樹脂注入工	法					
>		注入量	量()注入)				
(4. 4. 5) (4. 5. 5)	•	手動式エポ 注入量		脂注入工法)注入ロ「	間隔()				
		機械式工力注入量	-	脂注入工法) 注入口[引傷()				
		エポキシ樹脂J	IS A6024	(建築補修用)		•				
		・ 低粘度形 取検査 ・ 彳								
		抜取り個数抜取り部分)					
(4.0.0) (1)					,				/	/
(4. 2. 2) (b) (4. 3. 5)	材料	トシール材充 ^均 ・ シーリング	ブ用材充力							
(4. 4. 6) (4. 5. 6)		・ PU-・ 可とう性コ			• ())				
		ング材の上にオ ・ 行う			タル充填			,		
(4.0.0) (-)			1342	<i></i>						
(4. 2. 2) (c) (4. 3. 6)		・ パテ状エオ								
(4. 4. 7)		• 可とう性コ	ロポキシ	尌脂						
(4. 2. 2) (d) (4. 3. 7)	• 充填工法 材料 •	去 ・ エポキシ植		タル						
(4. 4. 8)		・ポリマーも								
(4. 2. 2) (g)		ル塗替え工法								
(4. 4. 9)	材料 仕上げ原	• 既製目均 享(用及び形状 ()					
(4. 2. 2) (e)	・アンカー		紹分士 # ³	キシ樹脂注 ズ゙	工法					
(4. 4. 10)	アンカー	ーピンの本数	• 標	隼 • ()	, /	/			
(図4.4.1)		・ステンレス				, /				
(4. 2. 2) (e) (4. 4. 11)	*	ーピンニング≦ ーピンの本数で				/)				
(図4.4.2)	材料・	・ステンレス	ス鋼(S	US304)	- (/)				
(4. 2. 2) (e) (4. 4. 12)		ーピンニング≦ ーピンの本数で				法				
(図4.4.2)		ステンレス			/)				
(4. 2. 2) (f)	• 注入口作	付アンカーピン	ンニング i	部分エポキシ	樹脂注入工法					
(4. 4. 13) (図4. 4. 3)		付アンカーピン ・ ステンレス			/)				
	呼び径	• 6 mm	- ()						
(4. 2. 2) (f)					/					
(4 4 4 4)				全面エポキシ	,		,			
(4.4.14) (図4.4.4)	注入口位 材料 ・	付アンカーピン ・ ステンレス	ンの本数 <i>.</i> ス鋼(S	及び注入口の	数 • 標準	• ()			
	注入口位 材料 ・	付アンカーピン	ンの本数 <i>.</i> ス鋼(S	及び注入口の	数 • 標準	• ()			
(図4.4.4) (4.2.2) (f)	注入口作 材料 ・ 呼び径 ・ 注入口作	付アンカーピン ・ ステンレス ・ 6mm 付アンカーピン	ンの本数 ス鋼(S ・(レニング	及び注入口の U S 3 O 4 全面ポリマー	数 ・ 標準 ・ (セメントスラ	・ () リー注入工法				
(図4.4.4)	注入口作 材料 呼び径 ・ 注入口作 注入口作	サアンカーピン ・ ステンレス ・ 6mm サアンカーピン サアンカーピン ・ ポリマー	ンの本数, ス鋼 (S ・ (ンニング: ンの本数, ーセメン	及び注入口の US304/ 全面ポリマー 及び注入口の トスラリー(数 ・ 標準 ・ (セメントスラ 配置 ・ 標:	・ () リー注入工法 準 ・ ()	())	
(図4. 4. 4) (4. 2. 2) (f) (4. 4. 15)	注入口作 材料 ・ 呼び径 ・ 注入口作 注入口作 材料	サアンカーピン ・ ステンレス ・ 6mm サアンカーピン サアンカーピン ・ ポリマー	ンの本数/ ス鋼(S ・ (ンニン本ン ンーセメン オアンカ・	及び注入口の US304/ 全面ポリマー 及び注入口の トスラリー (プピン (数 ・ 標準 ・ (セメントスラ 配置 ・ 標:	・ () リー注入工法 準 ・ (())	
(図4. 4. 4) (4. 2. 2) (f) (4. 4. 15) (図4. 4. 4)	注入口付 材料で ・ 注注 ・ 注注 ・ 対 ・ が ・ イ ・ ・ タイル	対アンカーピン ・ ス 6 mm 対アアス 6 カカカポ 対アン ポ注入 mm ・ 6 を ・ 3 を ・ 4 を ・ 5 を ・ 6 を ・ 6 を ・ 7 を ・ 6 を ・ 6 を ・ 6 を ・ 7 を ・ 6 を ・ 6 を ・ 6 を ・ 6 を ・ 7 を ・ 7 を ・ 7 を ・ 6 を ・ 6 を ・ 6 を ・ 6 を ・ 7 を ・ 7 を ・ 7 を ・ 7 を ・ 8 を 8 を	ンの本(S シー・マン・ションの 本(S シー・シー・マー・マー・マー・マー・マー・ ・ ・ ・ ・ ・ ・ ・ ・ ・ ・ ・	及び注入口の US304/ 全面ポリマー 及び注入口の トスラリー(ピン(・	数 ・ 標準 ・ (セメントスラ 配置 ・ 標:	・ () リー注入工法 準 ・ ()	())	
(図4. 4. 4) (4. 2. 2) (f) (4. 4. 15) (図4. 4. 4)	注入口作 材料 ・ 呼び ・ 注入口作 対料 呼び径	対アンカーピン ・ ス 6 mm 対アアス 6 mm 対アン ポリーピマー ・ 注 2 mm ・ 3 mm ・ 4 mm ・ 4 mm ・ 4 mm ・ 5 mm ・ 5 mm ・ 6 mm ・ 6 mm ・ 6 mm ・ 6 mm ・ 7 mm ・ 7 mm ・ 7 mm ・ 7 mm ・ 6 mm ・ 6 mm ・ 7 mm ・ 8 mm ・ 7 mm 7	ンの本(S シー・マン・ションの 本(S シー・シー・マー・マー・マー・マー・マー・ ・ ・ ・ ・ ・ ・ ・ ・ ・ ・ ・	及び注入口の US304/ 全面ポリマー 及び注入口の トスラリー(ピン(・	数 ・ 標準 ・ (セメントスラ 配置 ・ 標:	・ () リー注入工法 準 ・ ()	())	
(図4. 4. 4) (4. 2. 2) (f) (4. 4. 15) (図4. 4. 4)	注 材 呼 注 注 材 呼 注 注 材 呼 タ 材 変 イ の の の の の の の の の の の の の の の の の の	対・・・ 対対・・・ マアンカティ カカカポ注 6 替ポ レーー・・・・・・・・・・・・・・・・・・・・・・・・・・・・・・・・・・・	レス・ レン・オー まー エー・オー ス・ ニのセア・ セー ポーツ ポーツ オーツ オーツ オーツ オーツ オーツ オーツ オーツ オーツ オーツ オ	及び注入口の US304/ 全面ポリマー 及び注入口の トスラリー(ピン(・	数 ・ 標準 ・ (セメントスラ 配置 ・ 標 ントスラ ステンレス	・ () リー注入工法 準 ・ ()))	□耐凍害
(図4. 4. 4) (4. 2. 2) (f) (4. 4. 15) (図4. 4. 4)	注 材 呼 注 注 材 呼 注 注 材 呼 タ り り り り り り り り り り り り り り り り り り	サアンカティー ピンカーシャ インカナ インカナ ポ 注 A mm ポリス mm ポープ mm	レス ・ ・ ・ ・ ・ ・ ・ ・ ・ ・ ・ ・ ・ ・ ・ ・ ・ ・ ・	及び注入口の 全面ポリマー をび注入口の をひたスラリー(トピン() トモルタル ・シ樹脂、ポリ	数 ・ 標準 ・ (セメントスラ 配置 ・ 標 ントスラ ステンレス	・ () リー注入工法 準 ・ (鋼(SUS3)	(役物		耐凍害性有無
(図4. 4. 4) (4. 2. 2) (f) (4. 4. 15) (図4. 4. 4)	注 材 呼 注 注 材 呼 注 注 材 呼 タ 材 変 イ の の の の の の の の の の の の の の の の の の	対・・・ 対対・・・ マアンカティ カカカポ注 6 替ポ レーー・・・・・・・・・・・・・・・・・・・・・・・・・・・・・・・・・・・	レス・ レン・オー まー エー・オー ス・ ニのセア・ セー ポーツ ポーツ オーツ オーツ オーツ オーツ オーツ オーツ オーツ オーツ オーツ オ	及び注入口の 全なびまう 4 全なびきラン マーの トピン ルタル ポリー ・ ・ ・ ・ ・ ・ ・ ・ ・ ・ ・ ・ ・ ・ ・ ・ ・ ・ ・	数 ・ 標準 ・ (セメントスラ 配置 ・ 、 、 、 、 、 、 、 、 、 、 、 ・ 、 、 、 、 、 、	・() リー注入工法 準 ・(鋼(SUS3)		標準・	
(図4. 4. 4) (4. 2. 2) (f) (4. 4. 15) (図4. 4. 4)	注 材呼 注 注 材 呼 注 注 材 呼 タ 材 変 箇 施	サ・・ サヤ・・ 部・ リカティ カカカポ注 6 替ポ ン サーーリス M	レス・レンー寸 まー エ エのの倒・ ニのセア・ セ エ エ 数の が数ンカー メーポ 法	及び注入口の 全なびまう 4 全なびきラン マーの トピン ルタル ポリー ・ ・ ・ ・ ・ ・ ・ ・ ・ ・ ・ ・ ・ ・ ・ ・ ・ ・ ・	数 ・ 標準 ・ (セメントスラ 配置 ・ 、 、 、 、 、 、 、 、 、 、 、 ・ 、 、 、 、 、 、	・() リー注入工法 準 ・(鋼(SUS3)		標準・	
(図4. 4. 4) (4. 2. 2) (f) (4. 4. 15) (図4. 4. 4)	注 材 呼 注 注 材 呼 り 材 変 箇 物 の の の の の の の の の の の の の の の の の の	対・・・ 対対・・・ マアンカティ カカカポ注 6 替ポ レーー・・・・・・・・・・・・・・・・・・・・・・・・・・・・・・・・・・・	レス・レンー寸	及US 全及トピント シ樹用る では は は は かい	数 ・ 標準 ・ (セメントスラ 配置 ・ 、 、 、 、 、 、 、 、 、 、 、 ・ 、 、 、 、 、 、	・() リー注入工法 準 ・(鋼(SUS3)		標準・	
(図4. 4. 4) (4. 2. 2) (f) (4. 4. 15) (図4. 4. 4)	注 材 呼 注 注 材 呼 り 材 変 箇 物 の の の の の の の の の の の の の の の の の の	対・・・ 対対・・・ が・・・ が・・・ が・・・ が・・・ かっこう ボーン ボーン ボーン ボール ボール はん	レス・・レレー寸 まー エ エのの鋼・ ニのセア・・・セ エ エ エ・・教の グ数ンカー メーポ 法 ・行	及US 全及トピート シ樹用る では、 では、 では、 では、 では、 では、 では、 では、	数 ・ 標準 ・ (セメントスラ 配置 ・ 、 、 、 、 、 、 、 、 、 、 、 ・ 、 、 、 、 、 、	・() リー注入工法 準 ・(鋼(SUS3)		標準・	
(風4. 4. 4) (4. 2. 2) (f) (4. 4. 15) (図4. 4. 4) (4. 2. 2) (h) (4. 5. 7)	注材呼 注注材 呼 タ材 変 箇 役試見 タ 入料び 入入料 び イ料 成 所 物験本 イ の で で で で で で で で で で で で で で で で で で で	サ・・ 対対 ・・ 分・ コ 形 サー・ スカテ 6 カカポ注 6 替ポ ン 寸 ー・ エーン m ーーリ入 m えり 樹 法 体行行 法ピレ ピピマロ エマ 脂 成うう にっこう かっかい かっかい かっかい かっかい かっかい かっかい かいかい かいか	レス・・レレー寸 まー エ エのの鋼・ ニのセア・・・セ エ エ エ・・教の グ数ンカー メーポ 法 ・行	及 U 全及 ト ピ モ 樹 用 る 接なない ス 4 マロー	数 ・ 標準 ・ (・() リー注入工法 準 ・(鋼(SUS3) (3 O 4) ・ (3 回類(陶器)		標準・特注色	性有無
(図4. 4. 4) (4. 2. 2) (f) (4. 4. 15) (図4. 4. 4) (4. 2. 2) (h) (4. 5. 7)	注 対 対 で 注 対 で 注 対 で を が で の の の の の の の の の の の の の	サ・・ 対対 ・・ 分・ コ 形 サー・ スカテ 6 カカポ注 6 替ポ ン 寸 ー・ エーン m ーーリ入 m えり 樹 法 体行行 法ピレ ピピマロ エマ 脂 成うう にっこう かっかい かっかい かっかい かっかい かっかい かっかい かいかい かいか	レス・・レレー寸 まー エ エのの鋼・ ニのセア・・・セ エ エ エ・・教の グ数ンカー メーポ 法 ・行	及US 全及トピート シ樹用る では、 では、 では、 では、 では、 では、 では、 では、	数 ・ 標準 ・ (・ () リー注入工法 準 ・ (図 (S U S 3) 工類(せっ R)	(C) 4 (C)	役物	標準・	性有無 (mm) 5~8
(4. 2. 2) (f) (4. 4. 15) (図4. 4. 4) (4. 2. 2) (h) (4. 5. 7)	注材呼 注注材 呼 タ材 変 箇 役試見 タ 入料び 入入料 び イ料 成 所 物験本 イ の で で で で で で で で で で で で で で で で で で で	サ・・ 対対 ・・ 分・ コ 形	レス・レレー寸	及 U 全及 ト ピ モ 樹 用 る 接なない ス 4 マロー	数 ・ 標準 ・ (・ () リー注入 (選(S U S 3 工類(せっ器 ・ さ	(A)	设物	標準・特注色	性有無 (mm)
(4. 2. 2) (f) (4. 4. 15) (図4. 4. 4) (4. 2. 2) (h) (4. 5. 7)	注材呼 注対 ・ <td>サ・・ 対対 ・・ 分・ コ 形</td> <td>レス・レンー寸</td> <td>及 U 全及トピ ト シ 用 る 接なな アロー ()</td> <td>数 ・ (</td> <td>・ () リー注入(スイ () () () () () () () (</td> <td>(C) 4 (C) (C) (C) (C) (C) (C) (C) (C) (C) (C)</td> <td>役物</td> <td>標準・特注色</td> <td>性有無 (mm) 5~8 4~7 4~6 3~4</td>	サ・・ 対対 ・・ 分・ コ 形	レス・レンー寸	及 U 全及トピ ト シ 用 る 接なな アロー ()	数 ・ (・ () リー注入(スイ () () () () () () () ((C) 4 (C)	役物	標準・特注色	性有無 (mm) 5~8 4~7 4~6 3~4
(4. 2. 2) (f) (4. 4. 15) (図4. 4. 4) (4. 2. 2) (h) (4. 5. 7)	注材呼 注注材 呼 タ材 変 箇 役試見 タタイ の で で で で で で で で で で で で で で で で で で	サ・・ 対対 ・・ 分・ コ 形	レス・ レレーオ・ まー エ エ エ エ エ エ エ エ エ エ エ エ エ エ エ エ エ エ	及 U 全及トピ モ 樹用る 接なな リスリ () ル ポよ	数 ・ (・ () リー注入(国 (S) US 3 国 類(せつる ・ こ ・ こ ・ こ ・ こ	(A)	设物	標準・ 特注色 塗り厚(下地側	性有無 (mm) 5~8 4~7 4~6
(4. 2. 2) (f) (4. 4. 15) (図4. 4. 4) (4. 2. 2) (h) (4. 5. 7)	注材呼 注注材 呼 夕材 変 箇 役試見 タタ 外 ユ 注 つ	対・・ 対対 ・・ 部 リ 形 で	レス・レレー寸 まー エ エ が ・・	及 U 全及ト ト シ	数 ・ (・ () リー注 (S) エ類 (せつ) エ類 (せつ) ・ ・ ・ ・ ・ ・ ・ ・ ・ ・ ・ ・ ・ ・ ・ ・ ・ ・	(A) ・	设物	標準・ 特注色 塗り厚(下地側	(mm) 5~8 4~7 4~6 3~4 3~4
(4. 2. 2) (f) (4. 4. 15) (図4. 4. 4) (4. 2. 2) (h) (4. 5. 7) (4. 5. 8) (表4. 5. 4)	注材呼 注注材 呼 タ材 変 箇 役試見 タタ 外 ユ 注注 ・ ・ ・ 施 ・ ・ ・ ・ ・ ・ ・ ・ ・ ・ ・ ・ ・ ・ ・ ・	サ・・ 対対 ・・ が ・・ が ・・ が ・・ が ・・ が ・・ が ・・	レス・レレー寸	及 U 全及ト ト シ	数 ・ で	・ () リー注 (S) エ類 (せつ) エ類 (せつ) ・ ・ ・ ・ ・ ・ ・ ・ ・ ・ ・ ・ ・ ・ ・ ・ ・ ・	(A) ・	设物	標準・ 特注色 塗り厚(下地側	(mm) 5~8 4~7 4~6 3~4 3~4
(4. 2. 2) (f) (4. 4. 15) (図4. 4. 4) (4. 2. 2) (h) (4. 5. 7) (4. 5. 8) (表4. 5. 4)	注材呼 注注材 呼 夕材 変 箇 で で で で で で で で で で で で で で で で で で	対・・ 対対 ・・ 部 リ 形 で	レス・ レレー寸 まー エ エ	及 U 全及ト ト シ	数 ・ (・ () リー注 (S) エ類 (せつ) エ類 (せつ) ・ ・ ・ ・ ・ ・ ・ ・ ・ ・ ・ ・ ・ ・ ・ ・ ・ ・	(A) ・	设物	標準・ 特注色 塗り厚(下地側	(mm) 5~8 4~7 4~6 3~4 3~4
(4. 2. 2) (f) (4. 4. 15) (図4. 4. 4) (4. 2. 2) (h) (4. 5. 7) (4. 5. 8) (表4. 5. 4)	注材呼 注注材 呼 夕材 変 箇 ・・・・・・・・・・・・・・・・・・・・・・・・・・・・・・・・・・・・	サ・・ 付付 ・・ の リード では でいます がとと で アア・・・ 分・ コ 形 ・・・ え別 ・・・ え別 ・・・ えり ・・・ えり ・・・ カカポ注6 替ポ ン 寸 ・・・ え別 ・・・ カカ 部改 ・・・ カカ ・・・ から ・・・ から かり から をじて ・・・ カカ ・・・ から で じじ で と じじ じじょう かい かっかい かっかい かっかい かっかい かっかい かっかい かっかい	レス・レレー寸 まー エ エ ボー・・・・・・・・・・・・・・・・・・・・・・・・・・・・・・・・	及U 全及トピート シーカウ ニー 角未 ポイン マロー () ルーボ よい ターフ を満 キーリ入り() ルーボ よい ターフ を満 キーク マロー () ルーボ よ か	数 ・ ・ ・ ・ ・ ・ ・ ・ ・ ・ ・ ・ ・ ・ ・ ・ ・ ・ ・	・ () リー注 (S) エ類 (せつ) エ類 (せつ) ・ ・ ・ ・ ・ ・ ・ ・ ・ ・ ・ ・ ・ ・ ・ ・ ・ ・	(A) ・	设物	標準・ 特注色 塗り厚(下地側	(mm) 5~8 4~7 4~6 3~4 3~4
(4. 2. 2) (f) (4. 4. 15) (図4. 4. 4) (4. 2. 2) (h) (4. 5. 7) (4. 5. 8) (表4. 5. 4)	注材呼 注注材 呼 タ材 変 箇 とこう ・・・・・・・・・・・・・・・・・・・・・・・・・・・・・・・・・・・	サ・・ 対対 ・・	レス・レレー寸 まー エ エ ・・・・・・・・・・・・・・・・・・・・・・・・・・・・・・・・	及U 全及トピート シーク さない ターフ を入り かっぱ 3 ポキラン ル 脂途区 着いい ター丁 を満 キー・メース 1 スリー 1 カリ カリカリ カーの 1 カリカリ カリカリカリ カリカリカリカリカリカリカリカリカリカリカリカリカ	数 セ配 カー I	・ () () () () () () () () () ((A) ・	设物	標準・ 特注色 塗り厚(下地側	(mm) 5~8 4~7 4~6 3~4 3~4
(4. 2. 2) (f) (4. 4. 15) (図4. 4. 4) (4. 2. 2) (h) (4. 5. 7) (4. 5. 8) (表4. 5. 4)	注材呼 注注材 呼 タ材 変 箇 とこう ・・・・・・・・・・・・・・・・・・・・・・・・・・・・・・・・・・・	サ・・ 対す ・・ 部 リ	レス・レレー寸 まー エ エ ・・・・・・・・・・・・・・・・・・・・・・・・・・・・・・・・	及U 全及トピート シーク さない ターフ を入り かっぱ 3 ポキラン ル 脂途区 着いい ター丁 を満 キー・メース 1 スリー 1 カリ カリカリ カーの 1 カリカリ カリカリカリ カリカリカリカリカリカリカリカリカリカリカリカリカ	数 ・ ・ ・ ・ ・ ・ ・ ・ ・ ・ ・ ・ ・ ・ ・ ・ ・ ・ ・	・ () () () () () () () () () ((A) ・	设物	標準・ 特注色 塗り厚(下地側	(mm) 5~8 4~7 4~6 3~4 3~4
(4. 2. 2) (f) (4. 4. 15) (図4. 4. 4) (4. 2. 2) (h) (4. 5. 7) (4. 5. 8) (表4. 5. 4)	注材呼 注注材 呼 タ材 変 箇 とこう ・・・・・・・・・・・・・・・・・・・・・・・・・・・・・・・・・・・	サ・・ 対対 ・・	レス・レレー寸 まー エ エ ・・・・・・・・・・・・・・・・・・・・・・・・・・・・・・・・	及U 全及トピート シーク さない ターフ を入り かっぱ 3 ポキラン ル 脂途区 着いい ター丁 を満 キー・メース 1 スリー 1 カリ カリカリ カーの 1 カリカリ カリカリカリ カリカリカリカリカリカリカリカリカリカリカリカリカ	数 セ配 カー I	・ () () () () () () () () () ((A) ・	设物	標準・ 特注色 塗り厚(下地側	(mm) 5~8 4~7 4~6 3~4 3~4
完成図承諾

監理者

担当者

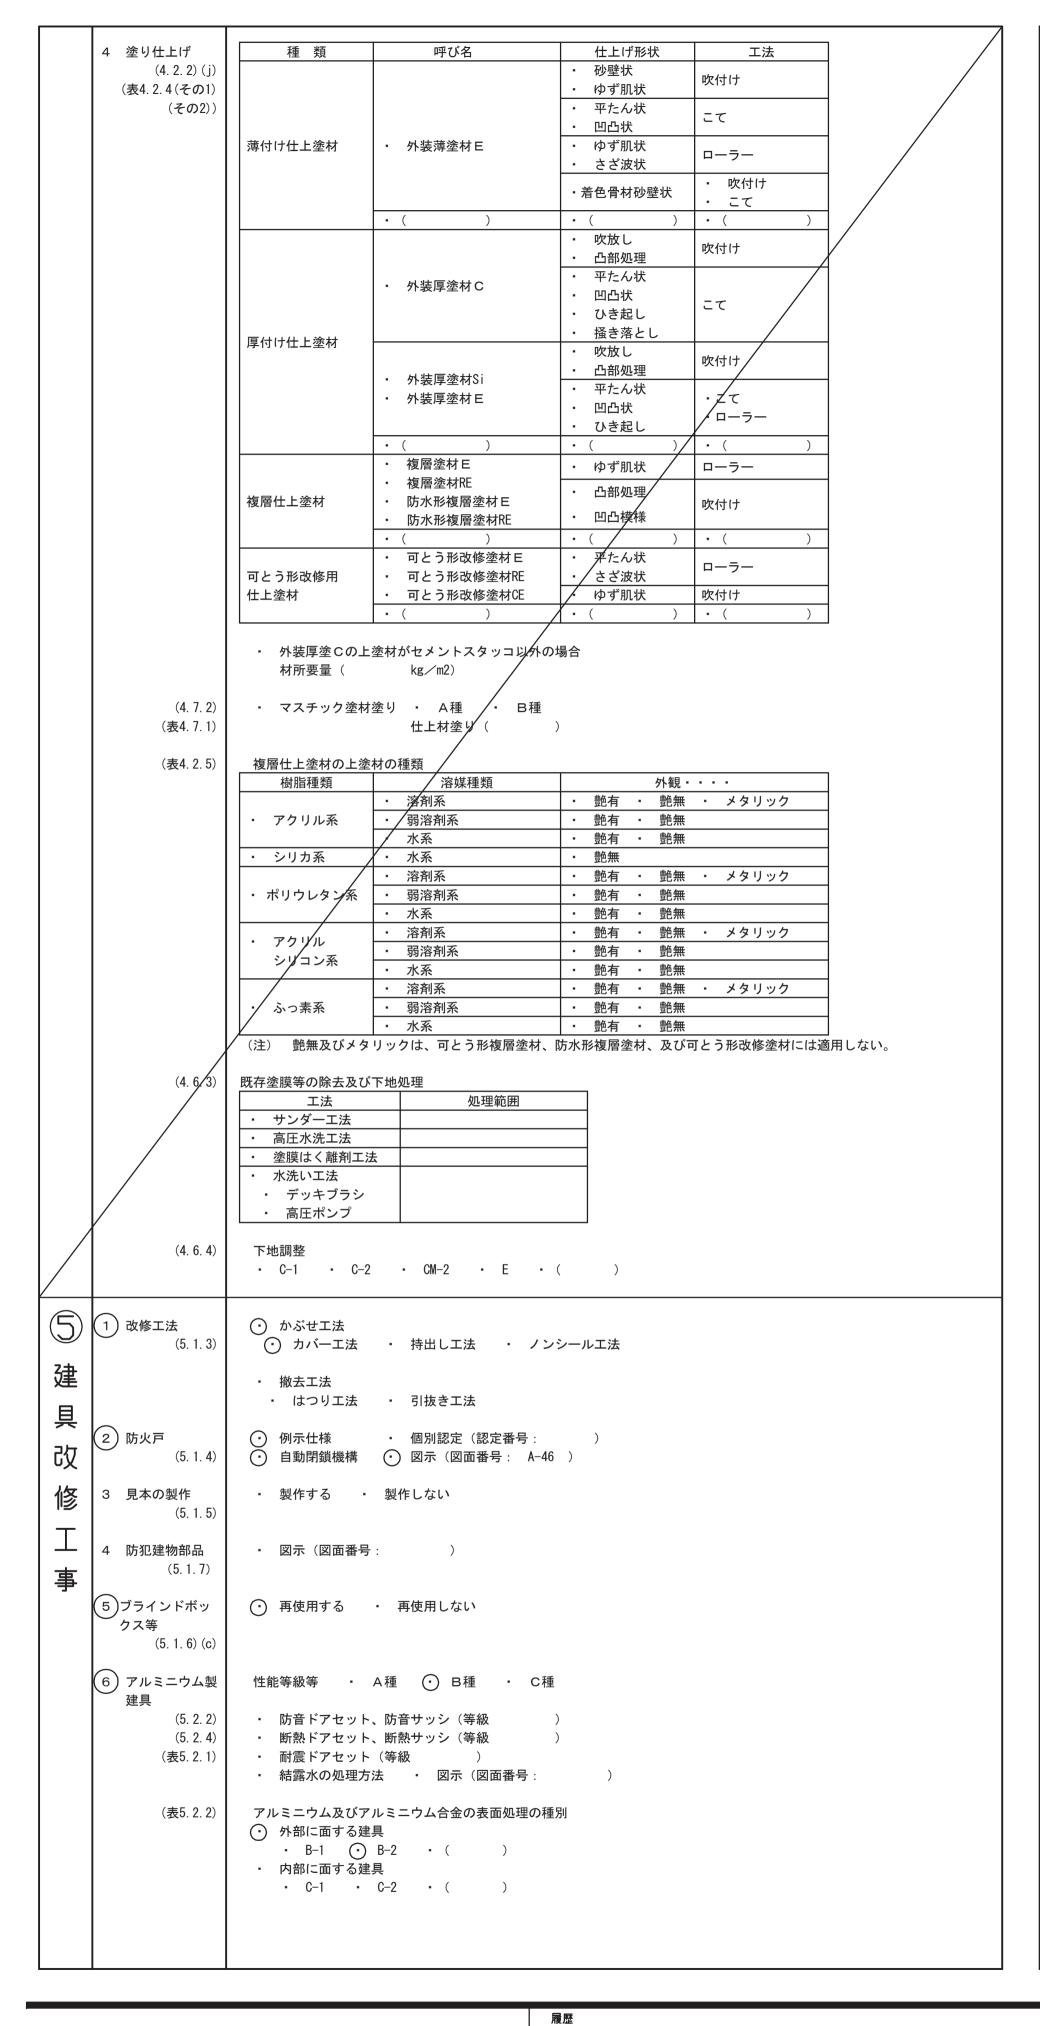

```
7 網戸
           可動式・ 固定式
    (5. 2. 3) (e)
           防虫網の材質
           合成樹脂製ガラス繊維入り合成樹脂製ステンレス(SUS316)製
           ・ 16メッシュ ・ 18メッシュ
8 樹脂製建具
           性能等級等
 (5.3.2) \sim (5.3.5)
           • A種 • B種 • C種
   (表5.3.1)~
    (表5.3.3)
           ・ 防音ドアセット、防音サッシ(等級
           断熱ドアセット、断熱サッシ(等級
           ガラス ・ 複層ガラス ・ ( )
           建具枠見込寸法 • 図示(図面番号:
           水切り ・ 図示(図面番号:
           ぜん板 ・ 図示(図面番号:
           丁番・ 改修標準仕様書(表5.7.3)による・ 図示(図面番号:
(9)鋼製建具
           鋼製建具の性能等級
           簡易気密性ドアセット
            外部に面する建具の耐風圧
             • S-4 • S-5 • S-6
           防音ドアセット、防音サッシ(等級
           断熱ドアセット、断熱サッシ(等級
           耐震ドアセット(等級
          JIS G 3317 • Y08 • ( )
           · H>2400又はW>950の建具
     (5. 4. 4)
             鋼板類の厚さ・ 図示(図面番号:
(1 O) 鋼製軽量建具
           鋼製軽量建具の性能等級
     (5. 5. 2)
           簡易気密性ドアセット
     (5. 5. 5)
           ・ 防音ドアセット、防音サッシ(等級
    (5. 2. 2) (b)
           断熱ドアセット、断熱サッシ(等級
     (5. 5. 3)
           耐震ドアセット(等級
     (5. 5. 4)
           H>2400又はW>950の建具
             鋼板類の厚さ・ 図示(図面番号:
    (5. 7. 3) (a)
    (5. 2. 3) (a)
           表面仕上げ
           ◆ 塗装◆ 図示 (図面番号: A-45, 46 )
           ビニル被覆鋼板
           カラー鋼板
            ステンレス鋼板( ・ HL ・ 鏡面)
1 1 ステンレス製 ステンレス製建具の性能等級
            簡易気密性ドアセット
     (5.6.2) ・ 外部に面する建具の耐風圧
           • S-4 • S-5 • S-6
           ・ 防音ドアセット、防音サッシ(等級
           断熱ドアセット、断熱サッシ(等級
           耐震ドアセット(等級)
     (5.6.3) 材料 (• SUS304 • ( )
           表面仕上げ ① HL仕上げ ・ ( )
           曲げ加工 🕑 普通曲げ ・ 角出し曲げ
1 2 建具用金物
           金物の見え掛かり部等の材質等
           改修標準仕様書(表5.7.1)による
            図示(図面番号:
     (5.7.4) マスターキー ( ) 製作する ・ 製作しない
           引渡用鍵箱 ・ 必要 ・ 不要
13 自動ドア開閉
           開閉装置の性能値

    図示(図面番号:


                          ) o 両折れドアのメーカー基準値による
     (5.8.2)
     (5.8.3)
           センサーの種類
                              光線スイッチ(幕板付)


    図示(図面番号:


     (表5.8.3)
           凍結防止措置・・あり・・なし
(14) 自閉式上吊り
           自閉式上吊り引戸装置の性能値
            ○ 改修標準仕様書(表5.9.1)による ・ ( )
  引戸装置
     (5.9.3)
15 重量シャッタ
            ・ 一般重量シャッター ・ 外壁用防火シャッター
     耐風圧強度(Pa以上)
   (5. 10. 2) (c)
           開閉機能
           上部電動式(手動併用)上部手動式
    (表5.10.1)
   (5. 10. 2) (f)
           一般重量シャッターのシャッターケース
     (5. 10. 3)
           設ける設けない
            ・ めっき付着量 ・ Z12 ・ F12 ・ ( )
16 軽量シャッタ
           • 上部電動式(手動併用) • 手動式
     (5. 11. 2)
    (表5.11.1)
           耐風圧強度(Pa以上)
           スラットの材質及び形状
     (5. 11. 4)
            インターロッキング形オーバーラッピング形
            ・ めっき付着量 JIS G 3312 ・ Z06 ・ F06 ・ ( )
                     JIS G 3322 • AZ90 • ( )
```

	_							
	17 オーバーヘッ ドドア	型式及び機構 セクション材料						
	(5. 12. 2)		・アルミニウムタイプ	• 7	<i>アァイバーグラス?</i>	タイプ		
		耐風圧強度(開閉方式	Paule)					
			チェーン式 ・ 電動	式				
		収納形式 ・ スタンダード形	・ ローヘッド形 ・	ハイリフ	7ト形・ バー	ーチカル形	;	
	(5. 12. 3)	ガイドレール ・ 溶融亜鉛めっき鍋	岡板 ・ ステンレス鋼板					
	18 板ガラス (5. 13. 2) (a) (5. 13. 4)	● 図示(図面番号: A-	-44~47)					
	19 ガラス留め材 (5.13.2)(b)	シーリング・	ガスケット()					
	② ガラス溝の寸 法、形状等 (5.13.3)	図示(図面番号:改修標準仕様書(表)						
	2 1 ガラスブロッ ク積み (5. 13. 5)	ガラスブロック 表面形状、寸法、厚さ 金属枠、補強材	・ 図示(図面番号:・ 図示(図面番号:)				
		化粧カバー ・ 図示 工法 ・ 図示 建築基準法に基づき定ま		施行計画書	書として提出する。			
⑥ 内	1 一般事項 (6.1.3)(b)	既存間仕切壁の撤去に伴 改修部分 ・ 天井 ・ 壁	学う取り合い部分の改修範囲 改修範囲・・ ・ 図示(図面番号:A-6 ・ 図示(図面番号:A-4 ・ 図示(図面番号:A-4	8 ~ 70, 71,	82, 83, 88~91, 92	· · · · · · · · · · · · · · · · · · ·)	
装 改	(6. 1. 3) (c)	天井内の既存壁の撤去に	- 伴う取り合い部の天井改修 A-67,68) ・ (,	,	
修	(6. 1. 3) (f)	天井の撤去に伴う取り合 ・ 図示(図面番号:)				
工事	② 既存床撤去、下 地補修 (6. 2. 2)(a)(1)	既存床仕上げ材の除去等 浮き、欠損部等によるT ① 行う ・ 行わ	や地モルタルの撤去					
	(6. 2. 2) (a) (2)	合成樹脂塗り床材の除去 ・ 機械的除去工法						
	(6. 2. 2) (c)	改修後の床の清掃範囲	Cによって汚れが生じた範囲					
	3 既存壁撤去、下 地補修 (6.3.2)	既存間仕切壁の撤去に伴	半う他の構造体の補修工法					
	4 木下地等 (6.5.1)(c)	表面仕上げ ・ A種	○ B種 · C種					
	(表6. 5. 1) (6. 5. 2) (a) (2)	木材の含水率(工事現場 部材名称	湯搬入時、質量比) ─────種別・・					
	(表6.5.2)	下地材 造作材	○ A種 · B帮○ A種 · B帮					
	(6. 5. 2) (b) (1)	製材 「製材の日本農林規格」			-			
		部位 下地用 ①		等 (<u>級</u> 含:	<u>水率</u>)		直椅子用傍聴席
		針葉樹製材 造作用 •	(図面番号: A-89~91, 100) 図示				廻り言	羊細図
		針葉樹製材 広葉樹製材 •	(図面番号:)	• () - ()		
	(6. 5. 2) (b) (2) (6. 5. 2) (b) (3) (表6. 5. 3)	造作材の材面の品質・	以外の製材 賃、防虫処理、難燃処理及び	1 含水率 •	 図示(図面番 ^ϟ	号:)	
		樹種 部位・・	樹種・・		県産	材・・		
	(6. 5. 2) (b) (3)	代用樹種の使用・・・ 対	≰止する ○ 禁止しない					
	(6. 5. 2) (c) (i)	造作用集成材 「集成材の日本農林規格	ろ」による造作用集成材					
		部位・・ 造作用集成材	樹種・寸法・・		け材面の等級	厚	<u></u>	※議場車椅子用傍聴席
		化粧ばり造作用 ・	/ 図亦 <u>(図面番号:A-89~91,100)</u> 図示)			廻り詳細図
		集成材	(図面番号:)	• ()			
		化粧ばり構造用 ・ 造作用集成柱	図示 (図面番号:)			• ()	

履		完成図作成	(受注:
		日付	
		監理技術者	
		10 W +	
ve	r.20180105	担当者	

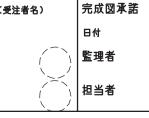

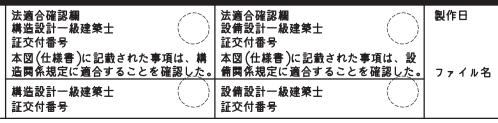

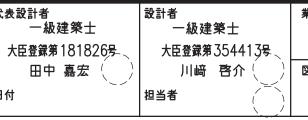

業務名称	業務契約コード	図面番号	î
津市本庁舎大規模改修その他工事	107141-03		
		T-03	
図面名称	縮尺		+1
工事特記仕様書(改修)-3	_	原図:A 1	٨١

管理建築士

一級建築士

大臣登録第248074号


奥井康史


ı	造作用単板積層 「単板積層材の 部位		」による造作用. 厚さ		面の品質	防虫処理]
	造作用単板積層材	· · · · · · · · · · · · · · · · · · ·		. (• ()	
(6. 5. 2) (d) (ii)	「単板積層材の 厚さ、表面の品 含水率 ・ 1	質、防虫処理		面番号:)		
(6. 5. 2) (e)	・ 床張り用合 部材名称	板等 樹種名	接着の程度	等級	板面の品質		厚さ
	普通合板構造用合板	針葉樹 針葉樹	1類	2級以上	C~D以上 C~D以上	無無	5. 5mm 12mm
(6. 5. 5) (a)	保存処理性 薬剤の塗布	図示(図面番 能区分(等の処理方法					
(6. 5. 5) (b)	防虫処理図示(図面	番号:)				
を を を を を を を を を を を を を を	野縁等の種類 ・ 屋内 ・ 屋外		• (
(表6. 6. 1) (6. 6. 3)	形式及び寸法 ・ 屋外 ・ 耐震天井 ・ ふところ ・ ふところ	≥1.5m	図示(図面番·)図示(図面番·)改修標準仕様 図示(図面番·	号: A-73~75 書(6.6.4)(h)) • 図示([図面番号:)
(6. 6. 4)	既存埋込みイン	・ 使用 ンサート、あ 示(図面番号	と施工アンカー(: A-73))				
全 軽量鉄骨壁下地 (6.7.3)	スタッド、ラン ② 図示(図			53, 54, 56, 58, 60	0, 63, 66, 68, 70	, 72, 82, 84, 93, 99, 1	100)
) ビニル床シート、 ビニル床タイル	材料 ・ ビニル床シ	,— ► [.IIS A	5705 (ビニル系)	≠*#)】			
レールボッイル 及びゴム床タイ ル張り	種類の記号		<u>5705 (ロール駅)</u> <u>色柄</u> 柄	**************************************	厚さ 2.0mm	備考	
(6. 8. 2) (6. 8. 2) (a)							
(0, 0, 0) (1)	ビニル床タ種類の記号コンポジジョンタ	号 タイル	5705 (ビニル系) 厚さ 2.0mm 2.5mm	末材)】	偐	考	
(6. 8. 2) (b)	複層ビニル床タイ						J
(6. 8. 2) (b)		シート又は床	タイル				
		シート又は床	タイル 性能		厚さ	備考	
	• 帯電防止床	シート又は床			厚さ	備考	
	帯電防止床種類視覚障害者種類		性能形状	0,000		備考	
(6. 8. 2) (c) (1)	・ 帯電防止床 種類		性能	Omm			
(6. 8. 2) (c) (1)	 帯電防止床 種類 視覚障害者 種類 ビニル床タイル ・ 耐動荷重性 	用床タイル	性能 形状 300×300×7	Omm		考	
(6. 8. 2) (c) (1) (6. 8. 2) (c) (2)	・ 帯電防止床 種類・ 視覚障害者 種類 ビニル床タイル	用床タイル	性能形状	Omm			
(6. 8. 2) (c) (1) (6. 8. 2) (c) (2)	 帯電防止床 種類 視覚障害者 種類 ビニル床タイル ・ 耐動荷重性 	用床タイル	性能 形状 300×300×7	Omm		考	
(6. 8. 2) (c) (1) (6. 8. 2) (c) (2)	 ・ 帯電防止床 ・ 視覚障害者 ・ 視覚障割 ・ 直類 ・ 耐動荷重性 種類 	用床タイル	形状 300×300×7 性能	Omm		考	
(6. 8. 2) (c) (1) (6. 8. 2) (c) (2) (6. 8. 2) (c) (3)	 ・ 帯電防止床 ・ 視覚障害 種類 ビニル床タイル ・ 耐動荷重性 ・ 防滑性床シ 	用床タイル	性能 形状 300×300×7 性能	Omm	順厚さ	備考	
(6. 8. 2) (c) (1) (6. 8. 2) (c) (2) (6. 8. 2) (c) (3)	 ・ 帯電防止床 ・ 視覚障害 種類 ビニル床タイル ・ 耐動荷重性 ・ 防滑性床シ 	用床タイル ・ ・ ・ ・ ・ ・ ・ ・ ・ ・ ・ ・ ・	性能 形状 300×300×7 性能	Omm	厚き	備考	
(6. 8. 2) (c) (1) (6. 8. 2) (c) (2) (6. 8. 2) (c) (3)	 ・ 帯電防止床 ・ 視覚種種イル ・ 耐動種 ・ 防滑種類 ・ 防滑種類 ・ する 	用床タイル ・ ・ ・ ・ ・ ・ ・ ・ ・ ・ ・ ・ ・	性能 形状 300×300×7 性能 イル 性能	Omm	厚き	備考	
(6. 8. 2) (c) (1) (6. 8. 2) (c) (2) (6. 8. 2) (c) (3)	 ・ 帯電防止類 ・ 視覚種イ ・ 引動種 ・ 防滑種 ・ 広へ ・ 大種 ・ 大種 	用床タイル 	性能 形状 300×300×7 性能 イル 性能		「「「「「」」「「」」「「」「」「」「」「」「」「」「」「」「」「」「」「」	備考	


(6. 9. 3) (a) (表6. 9. 1)	- 織じゅうたん 種別	パイルの形状	帯	電性	 品質の程度
	• A種	・カットパイル	· 人体	帯電圧	
	· B種 · C種	・ ループパイル ・ カット、ループ併用	3KV以 ! ・()	• ()
	品質の程度欄に記載した限	商品名は、品質の程度を示す	ための参考商品	名である。(以7	下同様)
(6.9.3)(b) (表6.9.2)	タフテッドカーペットパイルの形状	ト パイル長(mm)	帯電性	工法	品質の程度
(480. 3. 2)	○ カットパイル	7 🔾	人体帯電圧 •	全面接着工法	_
	┃ ┃ ・ ループパイル ┃ ┃ ・ カット、ループ併用	10	3KV以下 (〇	グリッパー工法	(ウール100%
(6. 9. 3) (c)	・ ニードルパンチカー/	%	· •		<u>'</u>
(0. 9. 3) (6)	厚さ(mm)	帯電性			備考
		・ 人体帯電圧 3KV以下			
		• ()			
(6. 9. 3) (d)	・タイルカーペット	° (u o T(d)		w <u></u>	
(表6.9.2)	種類 	パイルの形状 ・ カットパイル	寸法(mm) - 500×500	総厚さ・6.5	(mm) 品質の程度 ・ (
		・ループパイル	• () • () - (
(6. 9. 3) (e)	下敷き材・・・・・・・・・・・・・・・・・・・・・・・・・・・・・・・・・・・・		(10mm)		100
(6. 9. 3) (f)	│ 見切り、押え金物 ・ ヵ │ │	適用する(材質、種類及び ∄	≶状 (•) 図示	(図面番号: A -1	100))
(6. 9. 4) (e)	敷き方 平場	- 市松敷き ・ 模様流	<u>ا</u> ا)	
	階段部分		EL • ()	
9 合成樹脂塗床	弾性ウレタン樹脂系塗床の				
(6. 10. 3) (b) (1) (表6. 10. 4)	・平滑仕上げ・・	防滑仕上げ ・ つや ※	肖し仕上げ		
(6. 10. 3) (b) (2) (6. 10. 3) (c)	エポキシ樹脂系塗床の仕		. 后哄失, 5	公什 [[]]	7.24
(表6.10.5)~	・ 薄膜流し展べ仕上げ ・ 樹脂モルタル仕上げ	ザ (・ 平滑 ・ 防滑) ず (・ 平滑 ・ 防滑)	厚膜流し展々薄膜型塗床		
(表6.10.8)					
10 フローリング	・ 釘留め工法				
張り (6.11.4)	材料 ・ フローリングボード	種別		樹種	
(表6.11.2)	(根太張用)			なら	
	・ 複合フローリング (根太張用)	• B種	'	()	
	防湿処理・図示(図面				
(6. 11. 5)	接着工法				
	材料		樹種	厚さ	大きさ
(表6.11.3)		(一ド(直張用)			
(表6.11.5)	・ フローリングボ	「ロック(直張用)			
	・ フローリングブ ・複合 1 種フローリング	ロック (直張用)	・なら		
	フローリングブ・複合 1 種フローリング (直張用)・複合 2 種フローリング		・ なら ・ ()		
	・ フローリングブ ・複合 1 種フローリング (直張用)	「ロック(直張用) - A種 - B種			
	フローリングブラスを フローリング で で で で で で で で で で で で で で で で で で で	「ロック(直張用) - A種 - B種 - C種	• ()		
	 フローリングブー・複合 1種フローリング (直張用) ・複合 2種フローリング (直張用) ・複合 3種フローリング (直張用) ・ モザイクパーケーク 	「ロック(直張用) - A種 - B種 - C種	• ()	• ()	• ()
	 フローリングブー・複合 1種フローリング (直張用) ・複合 2種フローリング (直張用) ・複合 3種フローリング (直張用) ・ モザイクパーケーク 	「ロック(直張用) ・ A種 ・ B種 ・ C種	• ()	• ()	- ()
(表6.11.5)	 フローリングブ・複合 1種フローリング (直張用) ・複合 2種フローリング (直張用) ・複合 3種フローリング (直張用) ・モザイクパーケ 緩衝材 ・ 合成樹脂発	・ A種 ・ B種 ・ C種 ・ C種 コット (直張用)	• ()	• ()	• ()
(表6.11.5)	 フローリングブ・複合 1種フローリング (直張用) ・複合 2種フローリング (直張用) ・複合 3種フローリング (直張用) ・モザイクパーケ 緩衝材 ・ 合成樹脂発浴 塗装 ・ ウレタン樹脂ワニス ・ オイルステイン塗り ・ 生地のままワックス 	「ロック(直張用)	• ()	• ()	- ()
(表6.11.5)	 フローリングブ・複合 1種フローリング (直張用) ・複合 2種フローリング (直張用) ・複合 3種フローリング (直張用) ・モザイクパーケ 緩衝材 ・ 合成樹脂発が 塗装 ・ ウレタン樹脂ワニス・ オイルスティン塗り 	「ロック(直張用)	• ()	• ()	- ()
(表6.11.5) (6.11.6)(2)	・ フローリングブ・複合 1 種フローリング (直張用) ・複合 2 種フローリング (直張用) ・複合 3 種フローリング (直張用) ・ モザイクパーケ 緩衝材 ・ 合成樹脂発が 塗装 ・ ウレタン樹脂ワニス・ オイルステイン塗り・ 生地のままワックス・ (「ロック(直張用)	• () • ()	• ()	• ()
(6. 11. 6) (2)	・ フローリングブ・複合 1 種フローリング (直張用) ・複合 2 種フローリング (直張用) ・複合 3 種フローリング (直張用) ・ モザイクパーケ 緩衝材 ・ 合成樹脂発が 塗装 ・ ウレタン樹脂ワニス・ オイルステイン塗り・ 生地のままワックス・ (「ロック(直張用)	• () • ()	• ()	- ()
(表6.11.5) (6.11.6)(2) 1 1 畳敷き (6.12.2) (表6.12.1) (2) せっこうボー	・ フローリングブ・複合 1 種フローリング (直張用) ・複合 2 種フローリング (直張用) ・複合 3 種フローリング (直張用) ・ モザイクパーケ 緩衝材 ・ 合成樹脂発が 塗装 ・ ウレタン樹脂ワニス・ オイルステイン塗り・ 生地のままワックス・ (「ロック(直張用)	• () • ()	厚さ(nm)
(表6.11.5) (6.11.6)(2) 1 1 畳敷き (6.12.2) (表6.12.1)	 ・ フローリングブ・複合 1 種フローリング (直張用) ・ 複合 2 種 フローリング (直張用) ・ 複合 3 種 フローリング (直張用) ・ モザイクパーケ 緩衝材 ・ 合成樹脂発が 塗装 ・ ウレタン樹脂ワニング ・ 生地のままワック ・ イルのままワック ・ イルのままワック ・ イルのまま ・ イーカー・ イーカー・	「ロック(直張用)	• () • ()	厚さ(n ・ 9.5(準不燃	
(表6.11.5) (6.11.6)(2) 1 1 畳敷き (6.12.2) (表6.12.1) (12) せっこうボードスで合板張り (6.13.2)	 ・ フローリングブ・複合 1 種フローリング (直張用) ・ 複合 2 種フローリング (直張用) ・ 複合 3 種フローリング (直張用) ・ モザイクパーケ 緩衝材 ・ 合成樹脂発活 塗装 ・ ウレタン樹脂ワニス・ オイルスティン塗り ・ 生地のままワックス・ () 種別 ・ A種 ・ 目 	「ロック(直張用)	• () • () • () • () • () () • () () () () () () () () () ()	厚さ(n ・ 9.5(準不燃 ・ 12.5(不燃) ・ 9.5(準不燃)	nm)
(表6.11.5) (6.11.6)(2) 1 1 畳敷き (6.12.2) (表6.12.1) (12) せっこうボード、その他ボーリアのである。	 ・ フローリングブ・複合 1 種別 ・ 複合 2 種 フローリング (直張用) ・ 複合 3 種 フローリング (直張用) ・ をザイクパーケ 緩衝材 ・ 合成樹脂発が 塗装 ・ ウレイルのまま フェー・ () 種別 ・ A種 ・ 国 ・ 国 ・ 国 ・ 国 ・ 国 ・ 国 ・ 国 ・ 国 ・ 国 ・	「ロック(直張用)	· ()	厚さ(m ・ 9.5(準不燃 ・ 12.5(不燃) ・ 9.5(準不燃 ・ 12.5(不燃) 9.5(準不燃) 9.5(準不燃)	nm) (i) ① 9.5(不燃)
(表6.11.5) (6.11.6)(2) 1 1 畳敷き (6.12.2) (表6.12.1) (12) せっこうボードスで合板張り (6.13.2)	 ・ フローリング ・ 複音 ・ を	「ロック(直張用)	· ()	厚さ(n ・ 9.5(準不燃) ・ 12.5(不燃) ・ 9.5(準不燃) 9.5(準不燃) 9.5(準不燃)	nm) §) ① 9.5(不燃) §) ① 9.5(不燃) • 9.5(不燃)
(表6.11.5) (6.11.6)(2) 1 1 畳敷き (6.12.2) (表6.12.1) (12) せっこうボードスで合板張り (6.13.2)	 ・ フローリング ・ 複正の (直張用) ・ 複正の (直張) ・ 複正の (直張) ・ 複正の (直張) ・ を	「ロック(直張用) ・ A 種 ・ B 種 ・ C 値張用) 包シート ・ 図示(図面者) はのうえのり ながりえぬり ながりえぬり ながりながられる。 日本 ・ C 種 ・ 「一手を持ちます。 ・ 「一手を持ちます。 は、 で ・ では、 で	· ()	厚さ(n ・ 9.5(準不燃 ・ 12.5(不燃) ・ 9.5(準不燃) 9.5(準不燃) 9.5(準不燃) 9.5(準不燃) 9.5(準不燃)	nm) ③ ① 9.5(不燃) ③ ① 9.5(不燃)
(表6.11.5) (6.11.6)(2) 1 1 畳敷き (6.12.2) (表6.12.1) (2) せっこうボード、その他ボード及び合板張り (6.13.2)	 ・ フローリング ・ 複音 ・ を	「ロック(直張用) ・ A 種 ・ B 種 ・ C 種 ・ では	· ()	厚さ(m ・ 9.5(準不燃 ・ 12.5(不燃) ・ 9.5(準不燃) 9.5(準不燃) 9.5(準不燃) 9.5(準不燃) 9.5(準不燃)	nm) §) ① 9.5(不燃) §) ① 9.5(不燃) • 9.5(不燃)
(表6.11.5) (6.11.6)(2) 1 1 畳敷き (6.12.2) (表6.12.1) (2) せっこうボード、その他ボード及び合板張り (6.13.2)	 ・ フローリングででは、 できないでは、 できないできないでは、 できないでは、 できないでは、 できないでは、 できないでは、 できないでは、 できないでは、 できないでは、 できないでは	「ロック(直張用) ・ A 種 ・ B 種 ・ C 値張用) 包シート ・ 図示(図面者) はのうえのり ながりえぬり ながりえぬり ながりながられる。 日本 ・ C 種 ・ 「一手を持ちます。 ・ 「一手を持ちます。 は、 で ・ では、 で	· ()	厚さ(n ① 9.5(準不燃) ① 12.5(不燃) ② 9.5(準不燃) 9.5(準不燃) 9.5(準不燃) 9.5(準不燃) 9	nm) §) ① 9.5(不燃) §) ① 9.5(不燃) • 9.5(不燃)
(表6.11.5) (6.11.6)(2) 11 畳敷き (6.12.2) (表6.12.1) (2) せっこうボボリ (6.13.2) (表6.13.1)	・ フローリング ・ 複 で で で で で で で で で で で で で で で で で で	「ロック(直張用) ・ A 種 ・ B 種 ・ C 値張用) 包シート ・ 図示(図面者) はのうえのり ながりえぬり ながりえぬり ながりながられる。 日本 ・ C 種 ・ 「一手を持ちます。 ・ 「一手を持ちます。 は、 で ・ では、 で	· ()	厚さ(n ① 9.5(準不燃) ① 12.5(不燃) ② 9.5(準不燃) 9.5(準不燃) 9.5(準不燃) 9.5(準不燃) 9	nm) §) ① 9.5(不燃) §) ① 9.5(不燃) • 9.5(不燃)
(表6.11.5) (6.11.6)(2) 11 畳敷き (6.12.2) (表6.12.1) (2) せっこうボボリ (6.13.2) (表6.13.1)	・ フローリング ・ 複 で で で で で で で で で で で で で で で で で で	「ロック(直張用) ・ A種 ・ B種 ・ C種 ・ では、	· ()	厚さ(n ① 9.5(準不燃) ① 12.5(不燃) ② 9.5(準不燃) 9.5(準不燃) 9.5(準不燃) 9.5(準不燃) 9	nm) §) ① 9.5(不燃) §) ① 9.5(不燃) • 9.5(不燃)
(表6.11.5) (6.11.6)(2) 1 1 畳敷き (6.12.2) (表6.12.1) (表6.12.1) せっこうボボード及び合をしている。(表6.13.1) (6.13.2)(表6.13.1)	・ フローリング で で で で で で で で で で で で で で で で で で で	「ロック(直張用) ・ A種 ・ B種 ・ C種 ・ では、	· ()	厚さ(n ① 9.5(準不燃) ① 12.5(不燃) ② 9.5(準不燃) 9.5(準不燃) 9.5(準不燃) 9.5(準不燃) 9	nm) §) ① 9.5(不燃) §) ① 9.5(不燃) • 9.5(不燃)
(表6.11.5) (表6.11.5) (6.11.6)(2) 1 1 畳敷き (6.12.2) (表6.12.1) (表6.12.1) (表6.13.2) (表6.13.1) (6.13.2) (表6.13.1)	・ ファー・ で で で で で で で で で で で で で で で で で で で	「ロック(直張用) ・ A 種 ・ B 種 ・ C 値張用) ・ (直張用) ・ (1 で) が で)	· ()	厚さ(n ① 9.5(準不燃) ① 12.5(不燃) ② 9.5(準不燃) 9.5(準不燃) 9.5(準不燃) 9.5(準不燃) 9	nm) §) ① 9.5(不燃) §) ① 9.5(不燃) • 9.5(不燃)
(表6.11.5) (表6.11.5) (6.11.6)(2) 11 畳敷き (6.12.2) (表6.12.1) (表6.12.1) (表6.13.2) (表6.13.1) (6.13.3)(e)(3) (6.13.3)(g)(1) (表6.13.5) (6.13.3)(g)(1) (表6.13.5)	・ ファー・ で で で で で で で で で で で で で で で で で で で	「ロック(直張用) ・ A 程 ・ C 種 ・ C 値張用) ・ A B 種 ・ C 値張用) ・ A B 種 ・ C 値張用) ・ A B 種 ・ C 種 ・ I であっかり ・ A が であった。 ・ A が であった	· ()	厚さ(n ① 9.5(準不燃) ① 9.5(準不燃) 9.5(準不燃) 9.5(準不燃) 9.5(準不燃) 9 15 6 9.5	mm) ③
(表6.11.5) (表6.11.5) (6.11.6)(2) 1 1 畳敷き (6.12.2) (表6.12.1) (表6.12.1) (表6.13.2) (表6.13.1) (6.13.2) (表6.13.1)	・ ファー・ で で で で で で で で で で で で で で で で で で で	「ロック(直張用) ・ A 種 ・ B 種 ・ C 値張用) ・ (直張用) ・ (1 で) が で)	· ()	厚さ(n ① 9.5(準不燃) ① 12.5(不燃) ② 9.5(準不燃) 9.5(準不燃) 9.5(準不燃) 9.5(準不燃) 9	mm) ③

	14) モルタル塗り (6.15.3)	既製目地材 ・ 使用す 床の目地 ・ 図示()						
	(6.16.2) (6.16.3)	伸縮調整目地 位置 ① 図示(図面番号:	G-11, 12)						
		タイルの種類施工箇所形状寸法玄関スロープ床100角	工法 貼付刊外	用途によ る区分 スロープ	すべり 抵抗性 有	I 類(磁器)	区分 II 類(せっ器)	Ⅲ類(陶器)	役物無	標準· 特注色 標準	耐凍害 性有無 無
	(6. 16. 3) (b) (1)	試験張り ・ 行う ・ 見本焼き ・ 行う ・								1	
	16 セルフレベリ ング材塗り (6.17.2) (6.17.3)	・ せっこう系 ・ セ 塗厚(10)mm									
	17 断熱材 (9.5.2)	断熱材打込み工法 種類 · A種 · 種類 · ビーズ法ポリスチレン ・ 押出法ポリスチレン	ノフォーム		種別	厚	さ (mm)	施工箇	所		
	(9. 5. 3)	・ A種硬質ウレタンフォ・ フェノールフォーム断熱材現場発泡工法(吹種類	- -Д		ム)		施工箇所				
		· A種1 · A種2 · A種3	()			修部分、ルーフ としなければな		床版		
全 专	1 材料 (7.1.3)(b) 2 下地調整 (7.2.1~7.2.7) (表7.2.1) ~ (表7.2.7)	 屋内の壁、天井仕上 次の箇所を除き防火 既存塗膜の除去範囲(塗・図示(図面番号: 種別 	材料とする	。(箇所:		議室、03会詞	義室以外)				
文 多 「		下地			- RA程 - RA程 - RA程 - RA程 - RA程	E · RB種	- RC種 - RC種 - RC種 - RC種	ひび (・) 行う	割れ部 <i>の</i>)補修	
	③ 錆止め塗料塗り (7.3.2) (7.3.3) (表7.3.3)~ (表7.3.4)	 コンクリート、ALC コンクリート、押出局 せっこうボード、その 錆止め塗料種別 亜鉛めっき鋼面 A種 錆止め塗料塗り種別 鉄鋼面 亜鉛めっき鋼面 	找形セメン ○他ボード B種	面	- RA種 - RA種 - RA種 - C和 - C和	E · RB種E · RB種E · RB種E · RB種E	PRC種PRC種PRC種PRCATE	行う行う			
	4 合成樹脂調合ペイント塗り(SOP) (7.4.2) (7.4.3~7.4.5) (表7.4.1)~ (表7.4.3) 5 クリヤラッカー 塗り(CL) (7.5.2) (表7.5.1)	塗料種別 ① 1種種別 下地 ・ 木部 ① 鉄鋼面 (屋内) ・ 亜鉛めっき鋼面 種別 木部 ・ A種 ①	・(種 🕑 B種	• C種						
	6 アクリル樹脂系 非水分散形塗料 (NAD) (7.7.2) (表7.7.1)	種別 • A種 • B種									
	7 耐候性塗料塗り (DP) (7.8.2)~ (7.8.4) (表7.8.1)~ (表7.8.3)	上塗り等級 ・ 1級 (フッ素系) 下地 鉄鋼面 亜鉛めっき鋼面 コンクリート面及び 押出成形セメント板面	· 2級	/ 1 元	種別 B種 · B種 ·	C種	ウレタン系)				

履歴	完成図作成	G
	日付	
	監理技術者	
	+- \ +-	
ver.20180105	担当者	

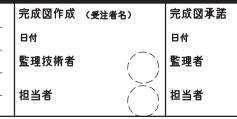


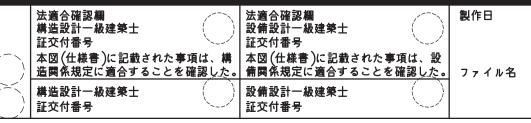


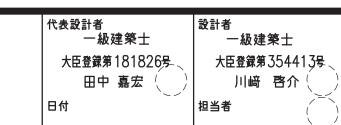

業務名称 津市本庁) 図面名称


	業務契約コード	図面番号	管理建築士
「舎大規模改修その他工事	107141-03	T-04	一級建築士
	縮尺		 大臣登録第24807
事特記仕様書(改修) ―4	_	原図: A 1	奥井康史

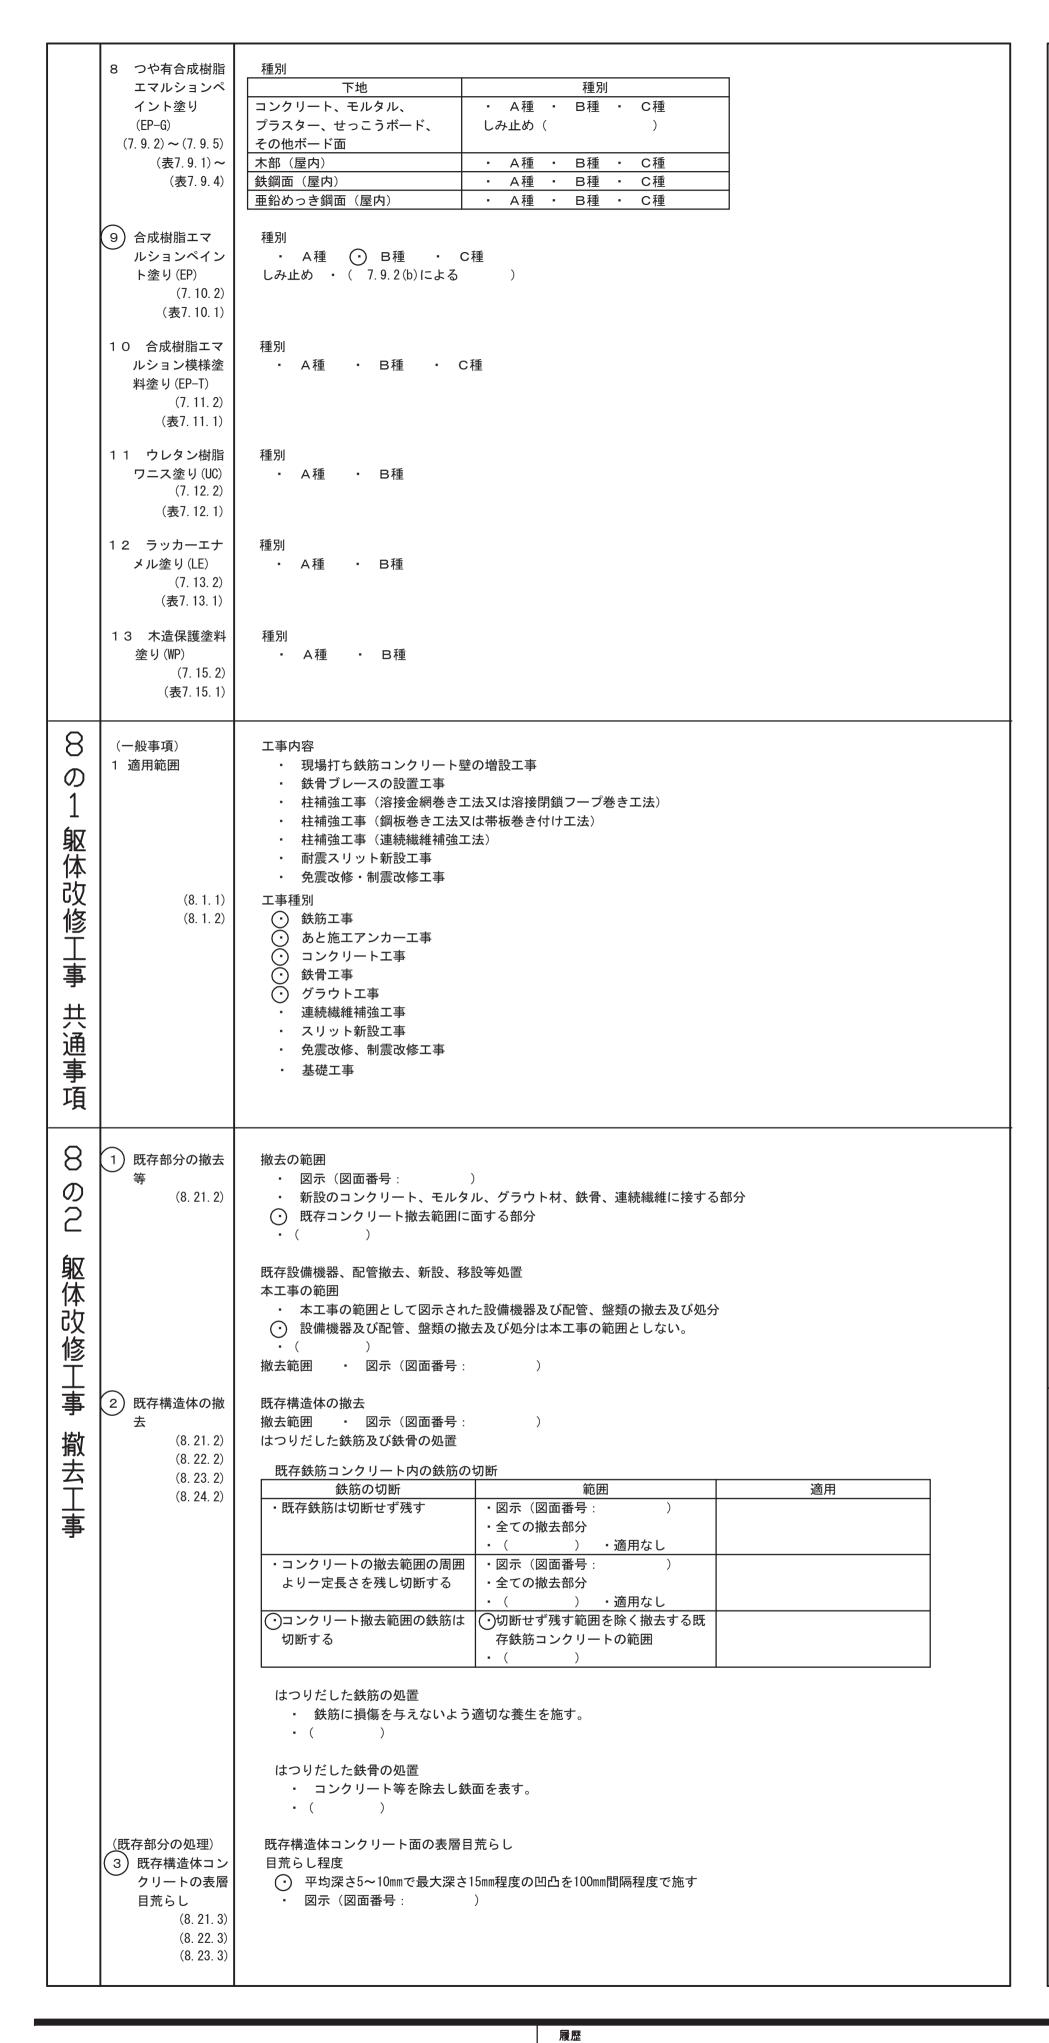

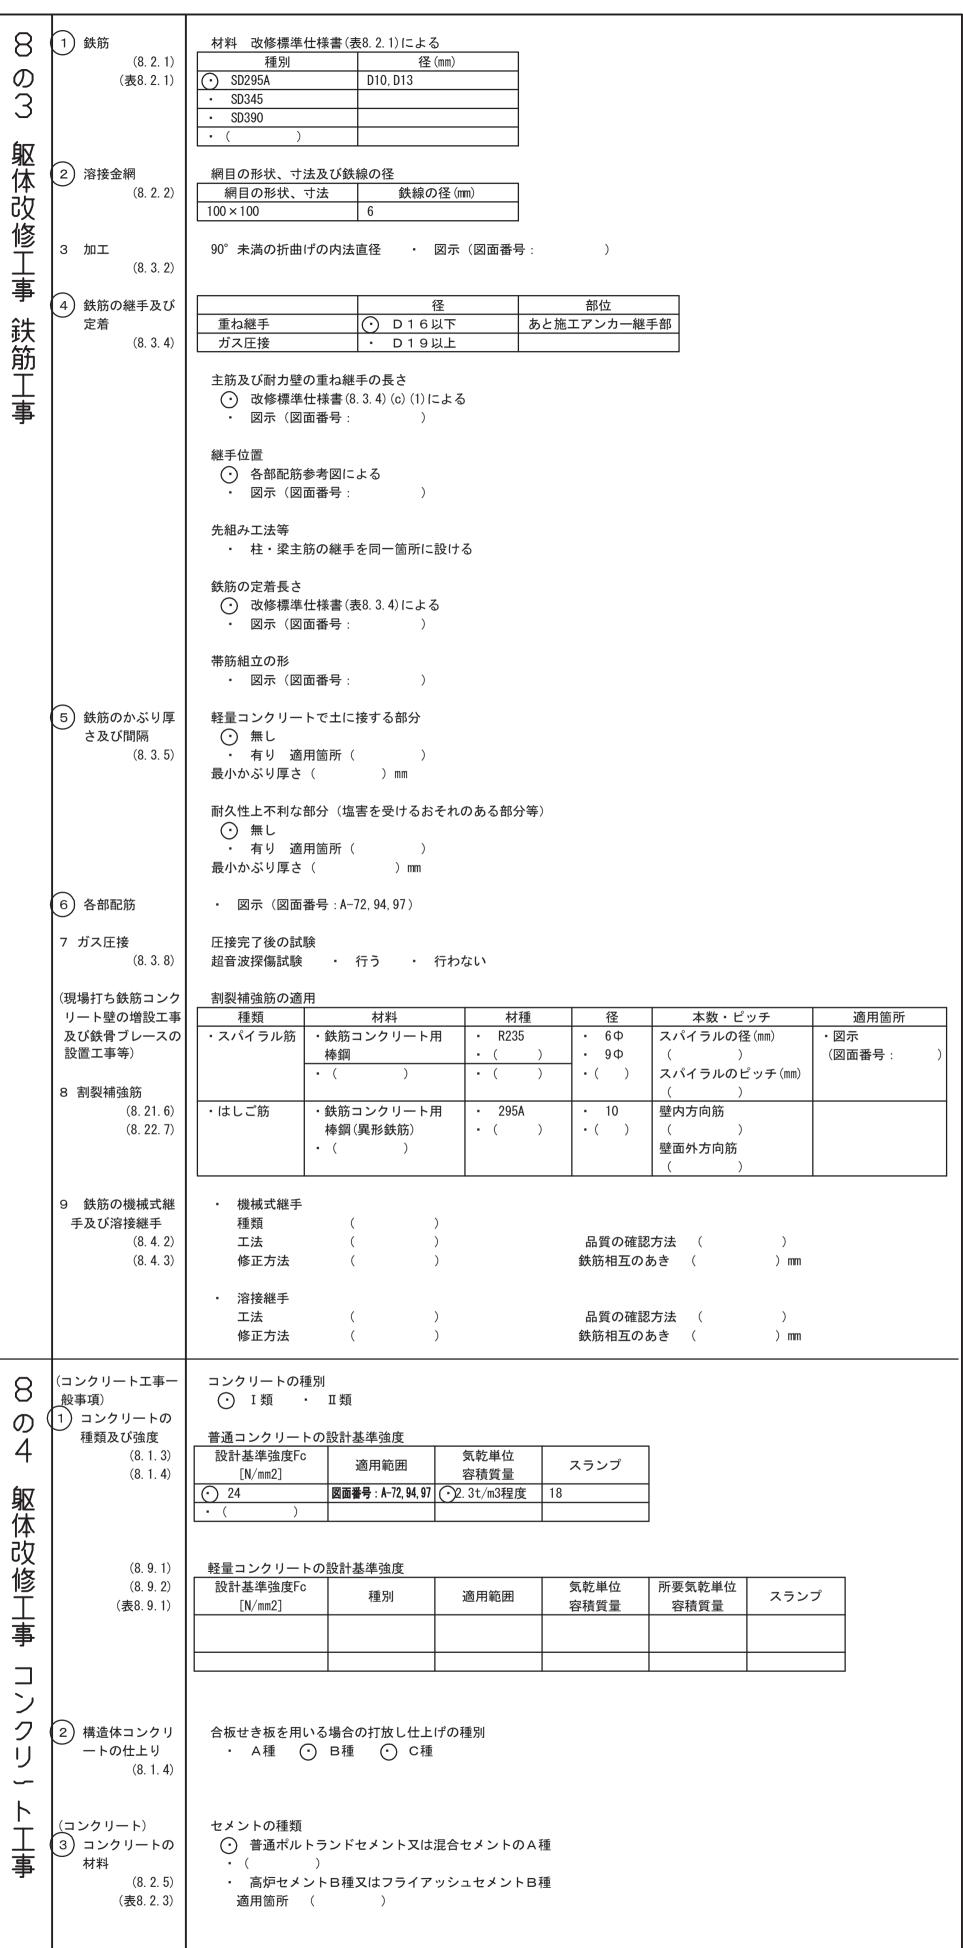


1										
	骨材 アルカリシリカ反応性による ・ AL (コンクリート中	中のアルカリ総量を規制)								
		い場合は、Aとし、その試験は、施工着手前、 ば験に用いる骨材の採取は、請負者立ち会いの	工事中1回/6ヶ月かつ産地が変わった場合に信)もと、試験を行う者が生コン工場のストックヤー							
	フェロニッケルスラク銅スラグ細骨材電気炉酸化スラグ骨再生骨材 H									
4 混和材料 (8.2.5)	・ 混和剤混和剤の種類・ 改修標準仕様書(・ 図示(図面番号:									
	・ 混和材 混和材の種類 ・ 改修標準仕様書(・ 図示(図面番号:									
5 調合管理強度 (8.2.5) (8.8.3) (8.10.2)	構造体強度補正値 (S) ○ 3 N/mm2 ○ 6 N/mm2 · ()									
6 型枠 (8.2.7) (8.7.8)	材料									
	改修標準仕様書(8.2.・ 改修標準仕様書(8.2.◆ 材種(VP)									
7) 暑中コンクリー ト (8. 10. 2)	構造体強度補正値 (S) ⊙ 6N/mm2 • ()								
8 無筋コンクリー ト (8.11.1)	構造体強度補正値 (S) ・ 18N/mm2 ・ ()								
(0.11.1)	スランプ ・ 15cm ・18cm	• ()								
現場打ち鉄筋コンクリート壁の増設工事	部位別のコンクリートの打設 補強工法	工法の指定 打設工法	部位							
、溶接金網巻き工法 、溶接金網巻き工法 及び溶接閉鎖フープ 巻き工法)	作の出土ルム	・流込み工法 改修標準仕様書(8.21.8)(a)(1)及び(b)	・全ての増設壁 ・図示(図面番号:) ・ ()							
9 コンクリートの 打込み工法等 (8. 21. 8)	現場打ち鉄筋コンクリート壁	・圧入工法 改修標準仕様書(8.21.8)(a)(2)及び(c)	・全ての増設壁・図示(図面番号:)・()							
(8. 23. 5)	の増設工事	・工法指定なし	・全ての増設壁・図示(図面番号:)・()							
		• ()	・図示(図面番号:) ・ ()							
		・流込み工法 改修標準仕様書(8.21.8)(a)(1)及び(b)	・全ての増設壁・図示(図面番号:)・()							
	鉄筋コンクリート柱の溶接金 網巻き工法及び溶接閉鎖フー	・圧入工法 改修標準仕様書(8.21.8)(a)(2)及び(c)	・全ての増設壁・図示(図面番号:)・()							
	プ巻き工法	・工法指定なし	・全ての増設壁 ・図示(図面番号: ・(
		• ()	・図示(図面番号:) ・()							
(8. 23. 6)	柱頭柱脚の隙間部間の型枠	++ <i>6</i> 7 + +12 12 + 5								
	・ 発泡プラスチック保温・ ()・ ()柱頭柱脚の隙間寸法	州寺を埋込む								
		ラウト材の厚さ								
□ □ □ □ □ □ □ □ □ □ □ □ □ □ □ □ □ □ □) • 60mm • ()								
仕上げ (8. 21. 10) (8. 23. 7)										


履歴	完成図作成	(受注
	 日付	
	 監理技術者	
00100105	 担当者	
ver.20180105		

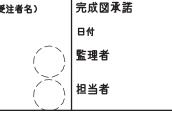

証交付番号

証交付番号

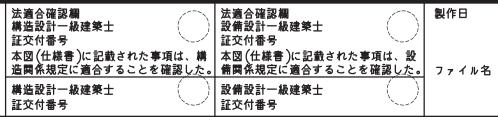

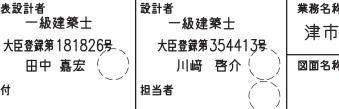

称	業務契約コード	図面番号
市本庁舎大規模改修その他工事	107141-03	
		T-05
;称	縮尺	1-05
工事特記仕様書(改修)-5	_	原図: A 1

管理建築士

一級建築士

奥井康史

七臣登録第248074号

8の5躯	(あと施工アンカー) 1) あと施工アンカ 一の材料 (8.2.4) (表8.2.2)	種類
体改修工事		 ○ 接着系 カプセル型回転 ・ 打撃式 ・ 有機系 ○ 無機系径及び埋込み深さ ○ 図示 (図面番号: A-91) 引張耐力 ○ 図示 (図面番号: A-91) せん断耐力 ○ 図示 (図面番号: A-91) アンカー筋の種類 ○ 図示 (図面番号: A-91) アンカー筋の新設壁内への定着長さ ・ 図示 (図面番号:) あと施工アンカーの性能確認試験 ○ 行う ・ 行わない
あと施工ア	② あと施エアンカ 一の施工 (8. 12. 2) (8. 12. 4) (8. 12. 5)	穿孔 埋込み配管等の探査の方法 ① 鉄筋探知機(金属探知機)により検査し、鉄筋、配管類の位置に墨出しを行う。 ・ はつり出しによる。 ・ () あと施工アンカーの施工確認試験 ・ 実施する ② 実施しない
ンカーエ	(8. 12. 5)	確認試験方法
事 	(場所打らコングリート壁の増設工事) 3 シアコネクター	種類 ・ 金属系あと施工アンカーの異形差筋アンカー
8	1 鉄骨製作工場 (8.1.5)	
6 躯体改修工事	2 施工管理技術者 (8.1.5) 3 鋼材 (8.2.8) 4 高力ボルト (8.2.9)	施工管理技術者(鉄骨製作管理技術者、鉄骨工事管理責任者等)の適用 ① しない ・ する 材質・形状及び寸法 ① 図示(図面番号: A-91、97) 高力ボルトの適用 ① トルシア形高力ボルト 2種(S10T)
上事 鉄骨工事	(8. 14. 2) (8. 14. 7)	 ・ JIS形高力ボルト2種(F10T) ○ 溶融亜鉛めっき高力ボルト1種(F8T相当) 高力ボルトの径 ① 図示(図面番号: A-91) すべり係数試験 ・ 行う 試験方法等 ・ 図示(図面番号:) JIS形・ナット回転法かつボルト長がねじの5倍を超える場合の回転量
	(8. 13. 10) (6) 技能資格者	 ・ (
	(8. 15. 3) 7 溶接部の試験 (8. 15. 11)	・ 実施する () ・ 実施しない 完全溶込み溶接部の超音波探傷試験
		平均出検品質限界(AOQL) ・ 4.0% ・ 2.5% ・ () 検査水準 ・ 第6水準 ・ () ロットの構成 ()
	8 溶接材料 (8. 2. 10)	改修標準仕様書(8.2.10)(a)(b)以外の溶接材料
	9 溶接接合 (8. 15. 4) (8. 15. 7)	開先の形状 ・ 図示(図面番号:) スカーラップの形状 ・ 図示(図面番号:)
	1 O 錆止め塗装 (8.17.3)	鉄骨鉄筋コンクリート造の鋼製スリーブの内面 (鉄骨に溶接されたものに限る)
		種類 ○ 改修標準仕様書(7.3.2)(表7.3.1) (B) 種

	11 耐火被覆材の 種別及び性能	部位 種類 仕様	
	(8. 18. 2)		
	(8. 18. 3) 1 2 ブレース設置 工事後の仕上げ	 図示(図面番号: 	
807 躯体な	(グラウト工事) 1 モルタル及びグ ラウト材 (8.2.6) (8.2.11) (表8.2.5) (表8.2.10)	構造体用モルタル	
赵本 次修工事	(現場打ち鉄筋コンク リート壁の増設工事 及び鉄骨ブレースの	・ 増設の現場打ち鉄筋コンクリート壁と既存構造体との隙間の処置方法	
グラ	設置工事等)	・ 増設壁の工部 ・ クラフト科を注入 ・ 引法は図示による ・ () ・ ()	
フラト工事	2 既存構造体との 取合部の処理方 法 (8.21.9) (8.22.7)		
 3 カ	(連続繊維補強工事) 1 連続繊維シート	連続繊維による補強、補修工法 ・ (財)日本建築防災協会の評価を受けた工法とする。	
3	等による工法 (8.24.1)		
过	2 連続繊維シート 及び含浸接着樹 脂等の材料	連続繊維の材料 - () 工法	
耐震收多工事	(8. 23. 6)	1.法 · () 引張強度(含浸硬化後)	
② E		• ()	
事		ヤング係数 (含浸硬化後) ・ (
注哺鱼工事	3 連続繊維シート の施工準備	仕上げモルタルの除去 ・ 既存構造躯体面まで除去する ・ モルタル除去は行わない ・ () 既存モルタルの圧縮強度測定 ・ 行う() ・ 行わない ひび割れ部の改修工法 ・ 樹脂注入工法 ・ Uカットシール材充填工法 ・ シール工法	
	4 鋼板巻き工法及 び帯板巻き付け 工法 (8.23.6)	柱頭柱脚の隙間寸法 ・ 図示(図面番号:)	
	5 耐震補強後の仕 上げ (8. 23. 7) (8. 24. 5)	 図示(図面番号:) 	
	6 炭素繊維シート の施工	炭素繊維の目付量 - 図示(図面番号:) - 200g/m2 - 300g/m2 - () 炭素繊維シートの巻き数 - 図示(図面番号:) - 1巻き - 2巻き	
	7 連続繊維補強材 の強度試験 (8.24.4)	 ・() 引張強度試験 ・ 実施する (JIS A1191に準拠する) 試験数量 () ・ 実施しない 	
	ı /		
	1 / 1		

1 スリットの(8	1	JIS A6909に準拠する))		
I	3.25.1) ・ 実施しない	T a should		
(8	3. 25. 2) 耐震スリットの種類 完全スリットの形料			
		一般型	一面せん断型	
	記号形状	• 図示(図面番号:) • 図示(図面番号:	
	幅W (mm)	図示(図面番号:) 図示(図面番号:	/>
		・() ・既存鉄筋はつり出し	・ 切断してよい	
		切断してよい()	• ()	
	±=.0 = .1	, ,		
	部分スリットの形料	犬 片側スリット	両面スリット	
	記号 形状) ・ 図示(図面番号:)
	幅W (mm)	• 図示(図面番号:) 図示(図面番号:)
	目地部の残存厚さ	- 壁厚の1/2以下かつ70mm以下	- 壁厚の1/2以下かつ70mm以 ⁻	F
	ts (mm) 既存鉄筋の処理	・ () · () · 存置する	・ () ・ 存置する	
		・既存鉄筋はつり出く	・ 切断してよい	
		・ 切断してよい		
2 スリットの		等の調査		
		Jット新設部に伴う鉄筋コンクリート	の撤去範囲全て。	
	• 図 /	示(図 面番号 :)		
	<u> </u>	アングラス アイス アイス アイス アイス アイス アイス アイス アイス アイス アイ	、鉄筋、配管類の位置に墨出しを行う	0
	スリットの逃げ位記		\ \	
	壁の柱きわ部	・ 梁との接合部 ・ (・ 柱の仕上げを逃げたきわ部	• ()	
	壁木端部	・ 床仕上げ上部 ・ 床体上部	• ()	
	撤去部の補修	番号:)		
	充填材	ff つ .		
	• 耐火材 使月	用箇所() 仕様()	
		用箇所() 仕様()	
1/	26.1)~ 免震改修、制震改修 26.17)	修に関する仕様は、図示する。		
1	20.17)			
1 基礎工事	既存杭の撤去			
		. \		
	28.2) ・ 図示 (図面番号 28.3) 埋戻し及び盛土の材			
	28.2)・ 図示 (図面番号28.3)埋戻し及び盛土の株・ A種・ B種			
	28.2)・ 図示 (図面番号28.3)埋戻し及び盛土の材	材料及び工法		
	28.2) ・ 図示 (図面番号 28.3) 埋戻し及び盛土の村 ・ A種 ・ B種 建設発生土の処理 ・ 自由処分 ・ 処分地指定 処分	対料及び工法 ・ C種 ・ D種 分地()		
	28.2) ・ 図示 (図面番号 28.3) 埋戻し及び盛土の村 ・ A種 ・ B種 建設発生土の処理 ・ 自由処分 ・ 処分地指定 処分・ 処分地未定につる	材料及び工法 ・C種 ・D種		
	28.2) ・ 図示 (図面番号 28.3) 埋戻し及び盛土の村 ・ A種 ・ B種 建設発生土の処理 ・ 自由処分 ・ 処分地指定 処分	対料及び工法 ・ C種 ・ D種 分地()		
	28.2) ・ 図示 (図面番号 28.3) 埋戻し及び盛土の村・ A種 ・ B種 建設発生土の処理・自由処分・処分地指定 処分・処分地未定につる 山留めの撤去	対料及び工法 ・ C種 ・ D種 分地()		
2 地業工事	28.2) ・ 図示 (図面番号 28.3) 埋戻し及び盛土の村 ・ A種 ・ B種 建設発生土の処理・自由処分・処分地指定 処分・処分地未定につる 山留めの撤去・撤去・ 存置 杭の施工監理	対料及び工法 ・ C種 ・ D種 分地()		
2 地業工事	28.2) ・ 図示 (図面番号 28.3) 埋戻し及び盛土の村 ・ A種 ・ B種 建設発生土の処理・自由処分・処分地指定 処分・処分地未定につる 山留めの撤去・撤去・ 存置 杭の施工監理 杭工事特記仕様割	材料及び工法 ・C種 ・D種 分地() き相互協議する。暫定運搬距離 8km		
2 地業工事	28.2) ・ 図示 (図面番号 28.3) 埋戻し及び盛土の村 ・ A種 ・ B種 建設発生土の処理・自由処分・処分地指定 処分・処分地未定につる 山留めの撤去・ 液置 杭の施工監理 28.4) 杭工事特記仕様調適用基準	材料及び工法 ・C種 ・D種 分地() き相互協議する。暫定運搬距離 8km	■を適用する。	
2 地業工事	28.2) ・ 図示 (図面番号 28.3) 埋戻し及び盛土の村 ・ A種 ・ B種 建設発生土の処理・自由処分・処分地指定 処分・処分地未定につる 山留めの撤去・ 液置 杭の施工監理 杭工事特記仕様調適用基準 本特記事項に個別	材料及び工法 ・ C種 ・ D種 分地(・ 含相互協議する。暫定運搬距離 8km 書による。	達を適用する。 こを確保するために講ずべき措置」(平成28年3月4日)
2 地業工事	28. 2) ・ 図示(図面番号 ・ 図示(図面番号 ・ 図示(図面番号 ・ 図示(図面番号 ・ 図示(図面番号 ・ 図示) ・ A 種 ・ A 種 ・ A 種 ・ A 種 ・ A も	材料及び工法 ・ C種 ・ D種 分地(・ 含相互協議する。暫定運搬距離 8km 書による。 『に記載の適用基準に加え、以下の基準 第468号 「基礎ぐい工事の適正な施ご	こを確保するために講ずべき措置」(
2 地業工事	28. 2) ・ 図示(図面番号 ・ 図示(図面番号 ・ 図示(図面番号 ・ 図示(図面番号 ・ 図示(図面番号 ・ 図示(図面番号 ・ 図示)・ A 種 ・ A 種 ・ A 種 ・ A 特記 ・ A を は、	対料及び工法 ・ C種 ・ D種 分地 () き相互協議する。暫定運搬距離 8km 書による。 川に記載の適用基準に加え、以下の基準 第468号 「基礎ぐい工事の適正な施コ の施工期間中は、1 週間ごとに、その		とめ、翌週以内に監督員に、
2 地業工事	28. 2) ・ 図示(図面番号 ・ 図示(図盛土の名 ・ A 種 ・ A 種 ・ A 発生土の処理・ 自分・ 28. 4) ・ のの数 ・ では、	対料及び工法 ・ C種 ・ D種 分地() き相互協議する。暫定運搬距離 8km 書による。 『に記載の適用基準に加え、以下の基準 第468号 「基礎ぐい工事の適正な施」 の施工期間中は、1 週間ごとに、その 添付したうえで提出し、確認を受けること。	こを確保するために講ずべき措置」 (とめ、翌週以内に監督員に、 ·ト紙等の原本を合わせて提示
2 地業工事	28. 2) ・ 図示(図面番号 ・ 図示(図盛土の名 ・ A 種 ・ A 種 ・ A 発生土の処理・ 自分・ 28. 4) ・ のの数 ・ では、	対料及び工法 ・ C種 ・ D種 ・ D地(・ さ相互協議する。暫定運搬距離 8km 書による。 『に記載の適用基準に加え、以下の基準 第468号 「基礎ぐい工事の適正な施工 の施工期間中は、1 週間ごとに、その 添付したうえで提出し、確認を受ける 忍を受けること。 、 さき施工記録が取得できない場合に、	こを確保するために講ずべき措置」 ()週に施工した杭の施工記録を取りまる	とめ、翌週以内に監督員に、 ·ト紙等の原本を合わせて提示
2 地業工事	28. 2) ・ 図示(図番号 ・ 図示(図盛土の料金) ・ A 種 ・ A 種 ・ A を を を を を を を かかり かかり かかり かかり かかり かかり か	対料及び工法 ・ C種 ・ D種 ・ D地(・ さ相互協議する。暫定運搬距離 8km 書による。 『に記載の適用基準に加え、以下の基準 第468号 「基礎ぐい工事の適正な施工 の施工期間中は、1 週間ごとに、その 添付したうえで提出し、確認を受ける 忍を受けること。 、 さき施工記録が取得できない場合に、	こを確保するために講ずべき措置」 (とめ、翌週以内に監督員に、 ·ト紙等の原本を合わせて提示
2 地業工事	28. 2) - 図. 3)	対料及び工法 ・C種 ・D種 が地(き相互協議する。暫定運搬距離 8km 書による。 『に記載の適用基準に加え、以下の基準 第468号 「基礎ぐい工事の適正な施工 の施工期間中は、1 週間ごとに、その 恐を受けること。 べき施工記録が取得できない場合に、 記しておくこと。 寺記仕様書及びその他基準書等の定め	こを確保するために講ずべき措置」 (の週に施工した杭の施工記録を取りまる こと。また電流値が記録されたチャー 当該施工記録に代替する記録を確保す	とめ、翌週以内に監督員に、 ・ト紙等の原本を合わせて提示 ・るための手法については、 なる資料(施工記録の原本、
2 地業工事	28. 2) 28. 3) ・ 図 ・ 図 ・ 図 ・ 図 ・ 図 ・ 図 ・ の ・ ・ の ・ ・ ・ ・	対料及び工法 ・C種 ・D種 ・D地(・ 相互協議する。暫定運搬距離 8km 書による。 『に記載の適用基準に加え、以下の基準 第468号 「基礎ぐい工事の適正な施工 の施工期間中は、1 週間ごとに受けることにで提出し、確認を受けることと。 ことを施工記録が取得できない場合に、記とできたましておくこと。 ・さきにおくこと。 ・き記仕様書及びその他基準書等の定との ・さいはいます。 ・さいます。 ・・・・・・・・・・・・・・・・・・・・・・・・・・・・・・・・・・・・	こを確保するために講ずべき措置」(の週に施工した杭の施工記録を取りまる こと。また電流値が記録されたチャー 当該施工記録に代替する記録を確保す	とめ、翌週以内に監督員に、 ・ト紙等の原本を合わせて提示 ・るための手法については、 なる資料(施工記録の原本、 保管しなければならない。
2 地業工事	28.2) 28.3) ・ 28.3) ・ 28.3) ・ 28.3) ・ 28.3) ・ 28.3) ・ 28.3) ・ 28.4) ・	対料及び工法 ・C種 ・D種 ・ D種 ・ D種 ・ D地(・ さ相互協議する。暫定運搬距離 8km ・ はは、 1 の適用基準に加え、以下の基準 ・ は、 1 週間でといる。 ・ は、 1 週間でといる。 ・ は、 1 週間では、 1 のができない場合に、 2 できたできたできたできたできたできたできたできたできた。 ・ は、 2 できたできたできたできたできたできたできたできたが取得できたできたできたできた。 ・ は、 3 を受けること。 ・ は、 3 を受けること。 ・ は、 4 できたできない場合に、 3 を受けること。 ・ は、 5 に は、 5 に が 5 に が 5 に が 5 に が 5 に が 5 に が 5 に が 5 に が 5 に が 5 に が 5 に が 5 に が 5 に が 5 に が 5 に が 5 に が 5 に か 5	こを確保するために講ずべき措置」 (の週に施工した杭の施工記録を取りまる こと。また電流値が記録されたチャー 当該施工記録に代替する記録を確保す により作成した施工管理資料の根拠と 、受注者において全て適切に管理し、 条においてこれらの規定を準用する場	とめ、翌週以内に監督員に、 ・ト紙等の原本を合わせて提示 ・るための手法については、 なる資料(施工記録の原本、 保管しなければならない。 ・合を含む。)の規定によ
2 地業工事	28.2) 28.3) ・ 28.3) ・ 28.3) ・ 28.3) ・ 28.3) ・ 28.3) ・ 28.3) ・ 28.4) ・	対料及び工法 ・C種 ・D種 ・ D種 ・ D種 ・ D地(・ さ相互協議する。暫定運搬距離 8km ・ はは、 1 の適用基準に加え、以下の基準 ・ は、 1 週間でといる。 ・ は、 1 週間でといる。 ・ は、 1 週間では、 1 のができない場合に、 2 できたできたできたできたできたできたできたできたできた。 ・ は、 2 できたできたできたできたできたできたできたできたが取得できたできたできたできた。 ・ は、 3 を受けること。 ・ は、 3 を受けること。 ・ は、 4 できたできない場合に、 3 を受けること。 ・ は、 5 に は、 5 に が 5 に が 5 に が 5 に が 5 に が 5 に が 5 に が 5 に が 5 に が 5 に が 5 に が 5 に が 5 に が 5 に が 5 に が 5 に が 5 に か 5	こを確保するために講ずべき措置」 (の週に施工した杭の施工記録を取りまる こと。また電流値が記録されたチャー 当該施工記録に代替する記録を確保す により作成した施工管理資料の根拠と 、受注者において全て適切に管理し、	とめ、翌週以内に監督員に、 ・ト紙等の原本を合わせて提示 ・るための手法については、 なる資料(施工記録の原本、 保管しなければならない。 ・合を含む。)の規定によ
2 地業工事	28.2) 28.3) ・ 28.3) ・ 28.3) ・ 28.3) ・ 28.3) ・ 28.3) ・ 28.3) ・ 28.4) ・	対料及び工法 ・C種 ・D種 が地(き相互協議する。暫定運搬距離 8km 書に記載の適用基準に加え、以下の基準 第468号 「基礎ぐい工事の適正な、場合のである。 の施工期間では、1 週間で認をを受けることが取得できない場合に、まない場合による。 では、1 週間できない場合に、またいままでは、1 できない場合に、はいままないようできない。 ・・・・・・・・・・・・・・・・・・・・・・・・・・・・・・・・・・・・	こを確保するために講ずべき措置」 (の週に施工した杭の施工記録を取りまる こと。また電流値が記録されたチャー 当該施工記録に代替する記録を確保す により作成した施工管理資料の根拠と 、受注者において全て適切に管理し、 条においてこれらの規定を準用する場 れらを提出または提示しなければなら	とめ、翌週以内に監督員に、 ・ト紙等の原本を合わせて提示 ・るための手法については、 なる資料(施工記録の原本、 保管しなければならない。 ・合を含む。)の規定によ
2 地業工事	28.2) 28.3) ・理・ 28.3) ・理・ 28.3) ・理・ 28.3) ・理・ 28.3) ・理・ 28.3) ・理・ 28.4) ・理・ 28.4) ・理・・・・・・・・・・・・・・・・・・・・・・・・・・・・・・・・・・・	対料及び工法 ・C種 ・D種 ・ D種 ・ D種 ・ D地(・ さ相互協議する。暫定運搬距離 8km ・ はは、 1 の適用基準に加え、以下の基準 ・ は、 1 週間でといる。 ・ は、 1 週間でといる。 ・ は、 1 週間では、 1 のができない場合に、 2 できたできたできたできたできたできたできたできたできた。 ・ は、 2 できたできたできたできたできたできたできたできたが取得できたできたできたできた。 ・ は、 3 を受けること。 ・ は、 3 を受けること。 ・ は、 4 できたできない場合に、 3 を受けること。 ・ は、 5 に は、 5 に が 5 に が 5 に が 5 に が 5 に が 5 に が 5 に が 5 に が 5 に が 5 に が 5 に が 5 に が 5 に が 5 に が 5 に が 5 に が 5 に か 5	こを確保するために講ずべき措置」 (の週に施工した杭の施工記録を取りまる こと。また電流値が記録されたチャー 当該施工記録に代替する記録を確保す により作成した施工管理資料の根拠と 、受注者において全て適切に管理し、 条においてこれらの規定を準用する場 れらを提出または提示しなければなら) による。	とめ、翌週以内に監督員に、 ・ト紙等の原本を合わせて提示 ・るための手法については、 なる資料(施工記録の原本、 保管しなければならない。 ・合を含む。)の規定によ
2 地業工事	28.2) 28.3) ・ 28.3) ・ 28.4) ・	対料及び工法 ・ C種 ・ D種 ・ C種 ・ D種 ・ C種 ・ D種 ・ では、 ・ では、 ・ のでは、 ・ のでは、 ・ のでは、 ・ のでは、 ・ のできない場合に、 ・ のできない場合に、 ・ できない場合に、 ・ できないようことを ・ できないようことが ・ できないようことが ・ できないようことが ・ できないようことが ・ できないようことが ・ できないように、 ・ できないようないようないように、 ・ できないようないようないようないようないようないようないようないようないようないよう	こを確保するために講ずべき措置」 (の週に施工した杭の施工記録を取りまる こと。また電流値が記録されたチャー 当該施工記録に代替する記録を確保す により作成した施工管理資料の根拠と 、受注者において全て適切に管理し、 条においてこれらの規定を準用する場 れらを提出または提示しなければなら) による。	とめ、翌週以内に監督員に、 ・ト紙等の原本を合わせて提示 ・るための手法については、 なる資料(施工記録の原本、 保管しなければならない。 ・合を含む。)の規定によ
2 地業工事	28.2) 28.3) ・理 28.3) ・理 3.3 ・理 3.3 ・理 4.3 ・理 4.3 ・理 3.3 ・理 4.3 ・理 3.3 ・理 4.3 ・の 28.4) ・理 4.3 ・の 28.4) ・ 理 3.4 ・の 28.4) ・ の 28	対料及び工法 ・ C種 ・ D種 ・ C種 ・ D種 ・ C種 ・ D種 ・ では、 ・ では、 ・ のでは、 ・ のでは、 ・ のでは、 ・ のでは、 ・ のできない場合に、 ・ のできない場合に、 ・ できない場合に、 ・ できないようことを ・ できないようことが ・ できないようことが ・ できないようことが ・ できないようことが ・ できないようことが ・ できないように、 ・ できないようないようないように、 ・ できないようないようないようないようないようないようないようないようないようないよう	こを確保するために講ずべき措置」 (の週に施工した杭の施工記録を取りまること。また電流値が記録されたチャー 当該施工記録に代替する記録を確保す により作成した施工管理資料の根拠と、受注者において全て適切に管理し、 条においてこれらの規定を準用する場れらを提出または提示しなければなら) による。) による。	とめ、翌週以内に監督員に、 ・ト紙等の原本を合わせて提示 ・るための手法については、 なる資料(施工記録の原本、 保管しなければならない。 ・合を含む。)の規定によ
2 地業工事	28.2) 28.3) ・理 28.3) ・理 3.3 ・理 3.3 ・理 4.3 ・理 4.3 ・理 3.3 ・理 4.3 ・理 3.3 ・理 4.3 ・の 28.4) ・理 4.3 ・の 28.4) ・ 理 3.4 ・の 28.4) ・ の 28	対料及び工法 ・ C種 ・ D種 ・ C種 ・ D種 ・ C種 ・ D種 ・ C種 ・ D種 ・ Cを ・ D種 ・ Cを ・ Dも ・ Cを	こを確保するために講ずべき措置」 (の週に施工した杭の施工記録を取りまること。また電流値が記録されたチャー 当該施工記録に代替する記録を確保す により作成した施工管理資料の根拠と、受注者において全て適切に管理し、 条においてこれらの規定を準用する場れらを提出または提示しなければなら) による。) による。	とめ、翌週以内に監督員に、 ・ト紙等の原本を合わせて提示 ・るための手法については、 なる資料(施工記録の原本、 保管しなければならない。 ・合を含む。)の規定によ
2 地業工事	28.2) 28.3) ・ 28.3) ・ 28.4) ・	対料及び工法 ・ C種 ・ D種 ・ Dも ・ Dも	こを確保するために講ずべき措置」 (の週に施工した杭の施工記録を取りまること。また電流値が記録されたチャー 当該施工記録に代替する記録を確保す により作成した施工管理資料の根拠と、受注者において全て適切に管理し、 条においてこれらの規定を準用する場れらを提出または提示しなければなら) による。) による。	とめ、翌週以内に監督員に、 ・ト紙等の原本を合わせて提示 ・るための手法については、 なる資料(施工記録の原本、 保管しなければならない。 ・合を含む。)の規定によ
2 地業工事	28.2) 28.3) ・ 28.3) ・ 28.4) ・	対料及び工法 ・ C種 ・ D種 ・ C種 ・ D種 ・ では ・ はなる。 ・ では、 はいますでは、 はいますが、 はいまが、	こを確保するために講ずべき措置」(の週に施工した杭の施工記録を取りまること。また電流値が記録されたチャー 当該施工記録に代替する記録を確保す により作成した施工管理資料の根拠と、受注者において全て適切に管理し、 条においてこれらの規定を準用する場れらを提出または提示しなければなら)による。)による。 ・ ()	とめ、翌週以内に監督員に、 ・ト紙等の原本を合わせて提示 ・るための手法については、 なる資料(施工記録の原本、 保管しなければならない。 ・合を含む。)の規定によ
2 地業工事	28.2) 28.3) ・理の 28.4) ・の 28.4	対料及び工法 ・ C種 ・ D種 ・ Dも ・ Dも	こを確保するために講ずべき措置」 (の週に施工した杭の施工記録を取りまること。また電流値が記録されたチャー 当該施工記録に代替する記録を確保す により作成した施工管理資料の根拠と、受注者において全て適切に管理し、 条においてこれらの規定を準用する場れらを提出または提示しなければなら)による。)による。 ・()	とめ、翌週以内に監督員に、 ・ト紙等の原本を合わせて提示 ・るための手法については、 なる資料(施工記録の原本、 保管しなければならない。 ・合を含む。)の規定によ

管理建築士


一級建築士


奥井康史


大臣登録第248074号


大項目		中項目 工事内容	令和元年度 令和元年				슈	`和2年		令和2年月	·度					令和3:	——— 年		和3年度						令和4年	
			4 5 6	7 8 9	10	11	12	1 2	3	4	5 6	7 8	8 9	10	11 12		2	3	4 5	6	7	8 9	10	11 12		2
		キュービクル棟増築工事							地士	杭、山	 	基礎	鉄骨	防水仕上		外構										
	建築工事	ラック棟増築工事							TRX Zs		杭、山留、基礎		鉄骨	外構土上												
高所化工事		オイルタンク工事								杭、山留、	、基礎、オイルタン	ノク据付、スラン	j													
		受変電設備高所化工事 発電機、キュービクル、 地下タンク							機器制作						据付搬入											
	電気設備工事	幹線工事 引込み工事									 		人•据付		受電	2次側切替										
												東2,3F		西3F	又电	976										
便所改修工事	;	議会棟3階便所 										3F湯沸室天	#					5	~7F							
		西側コア 便所													B1 ~-	4、8F										
市民ホール天井改修		市民ホール天井改修工事																								
		4-1-1 執務室等改修工事						V	WC前廊下		西コア		B1~	1 8F	東コブ	₹B1~4、8F	-		□ □ 75 ~ 7F							
		4-1-2 会議室等改修工事								B1F02.03	 	男子女子更衣写			目談室、中央監	· 視室(PT <i>0</i>))み)、4F庁	議室、425		マ課・財政会	議室建具改	7修				
	4—1.	4-1-3 高層棟4階市長室廻り改修工事 (事務室(秘書課)、湯沸含む)										4F														
	執務室等改修工事	4-1-4 高層棟1~8階湯沸室									西コア				東コフ	 PB1∼4F		Į.	₹コア5~7F							
		4-1-5 KCW-1改修工事																								
		4-1-6 8階大会議室スライディングウォール設置工事										※8F大会議3	 室A,Bのスラ		 	 寺期等は調 	 整とする。 									
		4-1-7 市民ホールコーナーガード設置工事																								
本庁舎改修工	4—2. 事 リージョンプラザ通路等	4-2-1 リージョンプラザ通路改修工事																								
	改修工事	4-2-2 リージョン幹線工事										护护														
	4—3. 議場改修工事	4-3-1 議場車椅子傍聴席改修工事										管														
		4-3-2 議場席改修工事																								
	4—4. 議会棟その他改修工事									7,8,9	9	5,6		3,4		1,2	2									
		4-4-2 議会棟2階議員控室以外改修工事																								
	4—5. 屋上庭園・防鳥ネット 改修工事	4-5-1 幹線経路屋上庭園改修工事 4-5-2 防鳥ネット改修工事																								
	4—6. 高層棟屋上防水等 改修工事																									
	4―7. 庁内サイン改修工事																									<u> </u>
外構改修工事		思いやり駐車場 舗装改修工事 駐輪台設置工事												1,3工区						2工区						
		履歴		<u> </u>		。 或図作成 (受注:	*a\ =	完成図承諾	注	宣合確認欄 5設計一級建		法適合確認欄) 設備設計一級建		/ 製作		代表設計	L±V	設計者		業務名称				業務契約コード		=======================================


法適合確認欄 構造設計一級建築士 証交付番号 本図(仕様書)に記載された事項は、構 造関係規定に適合することを確認した。 構関係規定に適合することを確認した。 .表設計者 一級建築士 | 図面番号 津市本庁舎大規模改修その他工事 107141-03 大臣登録第354413号 大臣登録第181826号 一級建築士 \ 監理者 監理技術者 田中 嘉宏 🤇 大臣登録第248074号 構造設計一級建築士 証交付番号 設備設計一級建築士 証交付番号 全体工事参考工程表 -----------------------担当者 ver.20180105 √担当者 原図:A 1 奥井康史

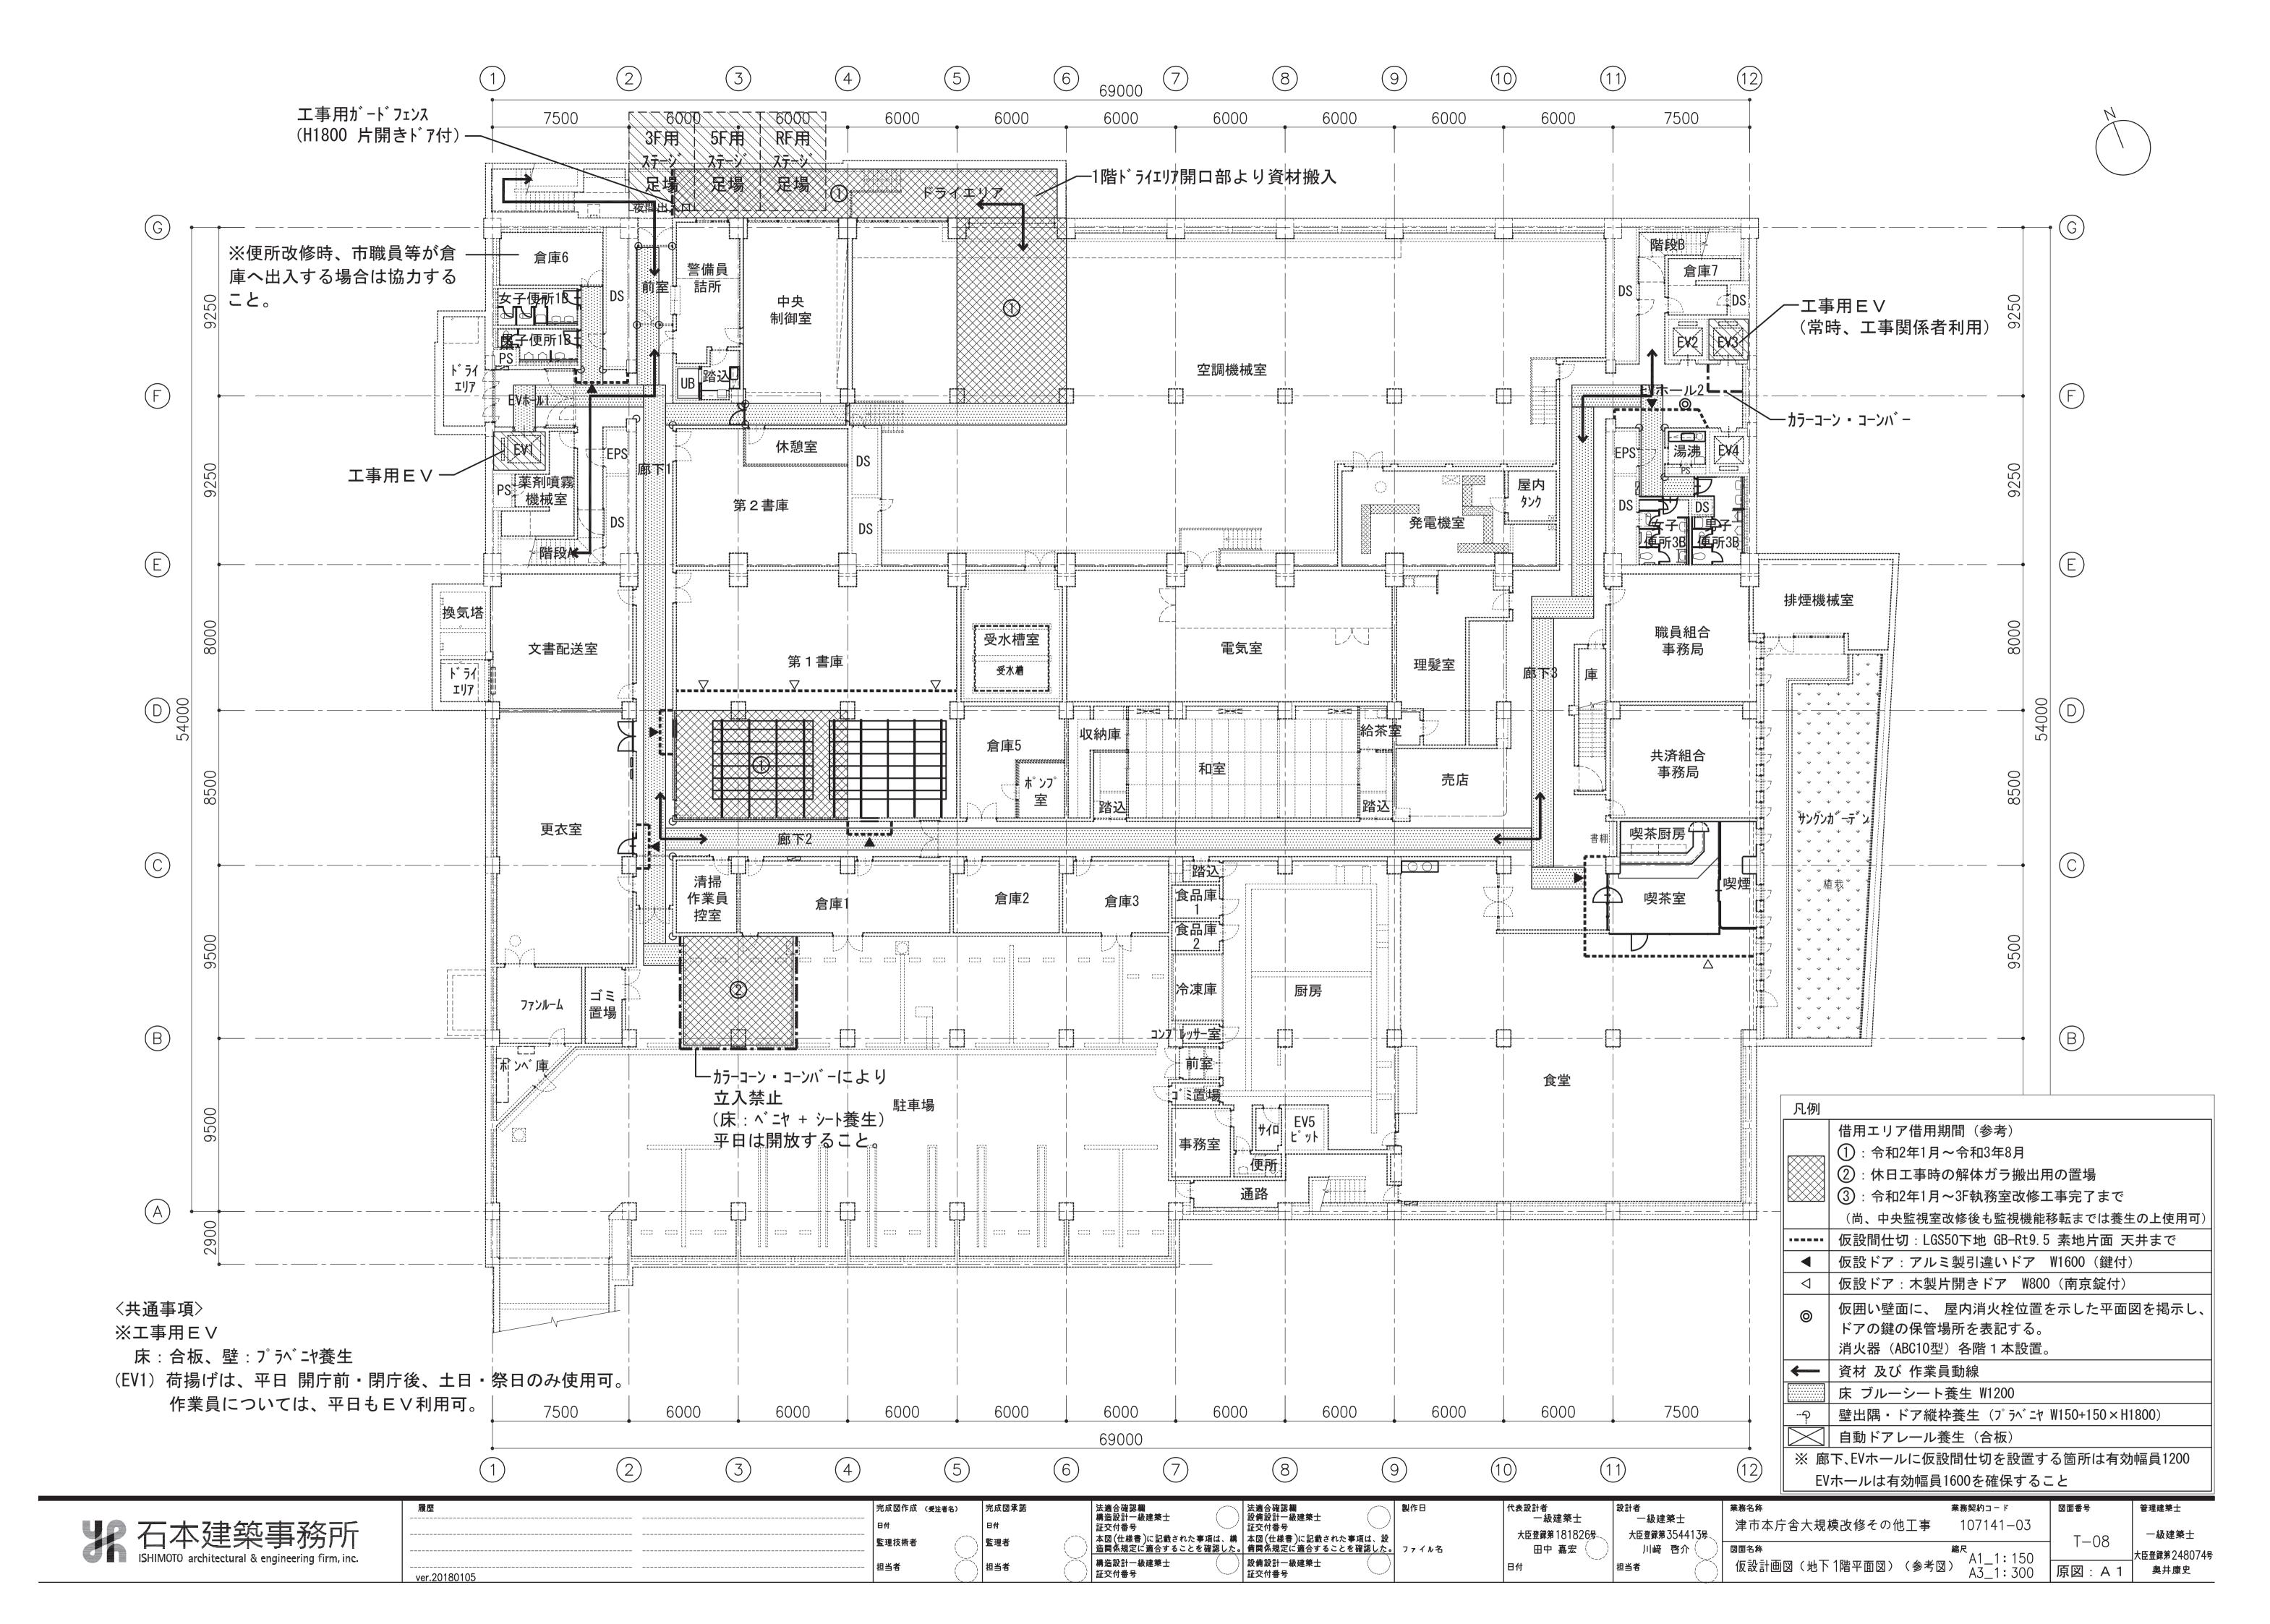


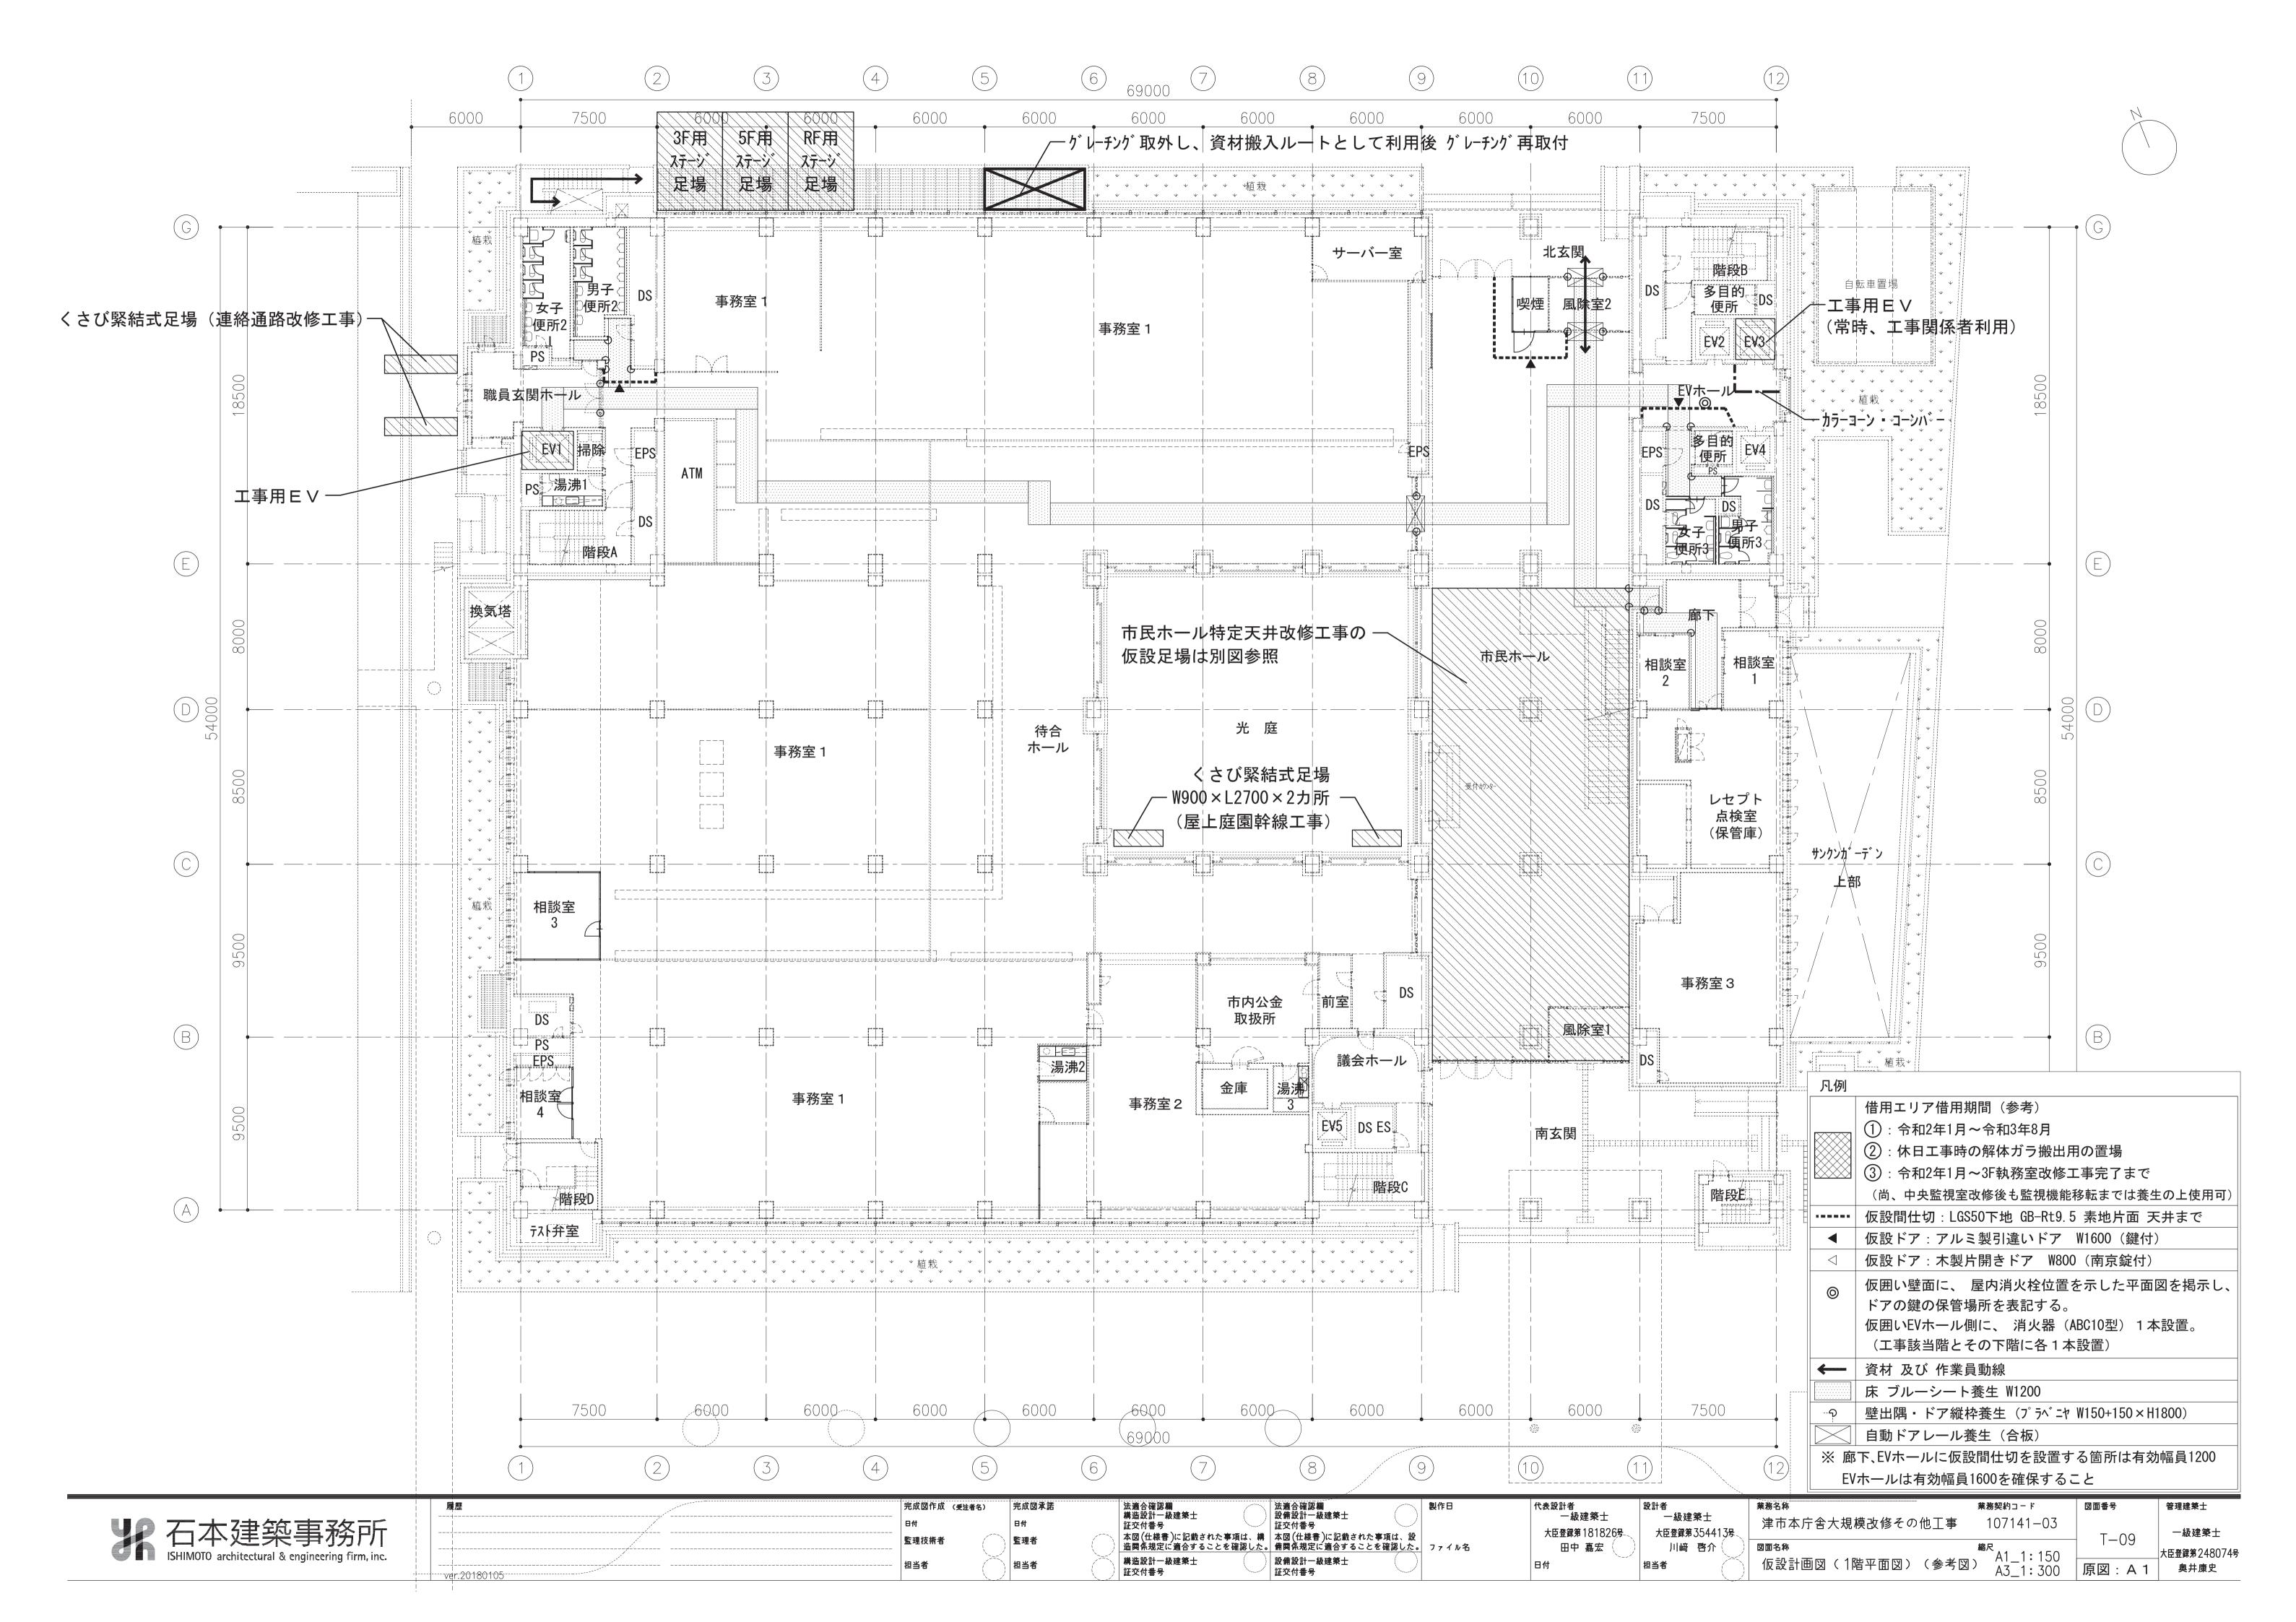


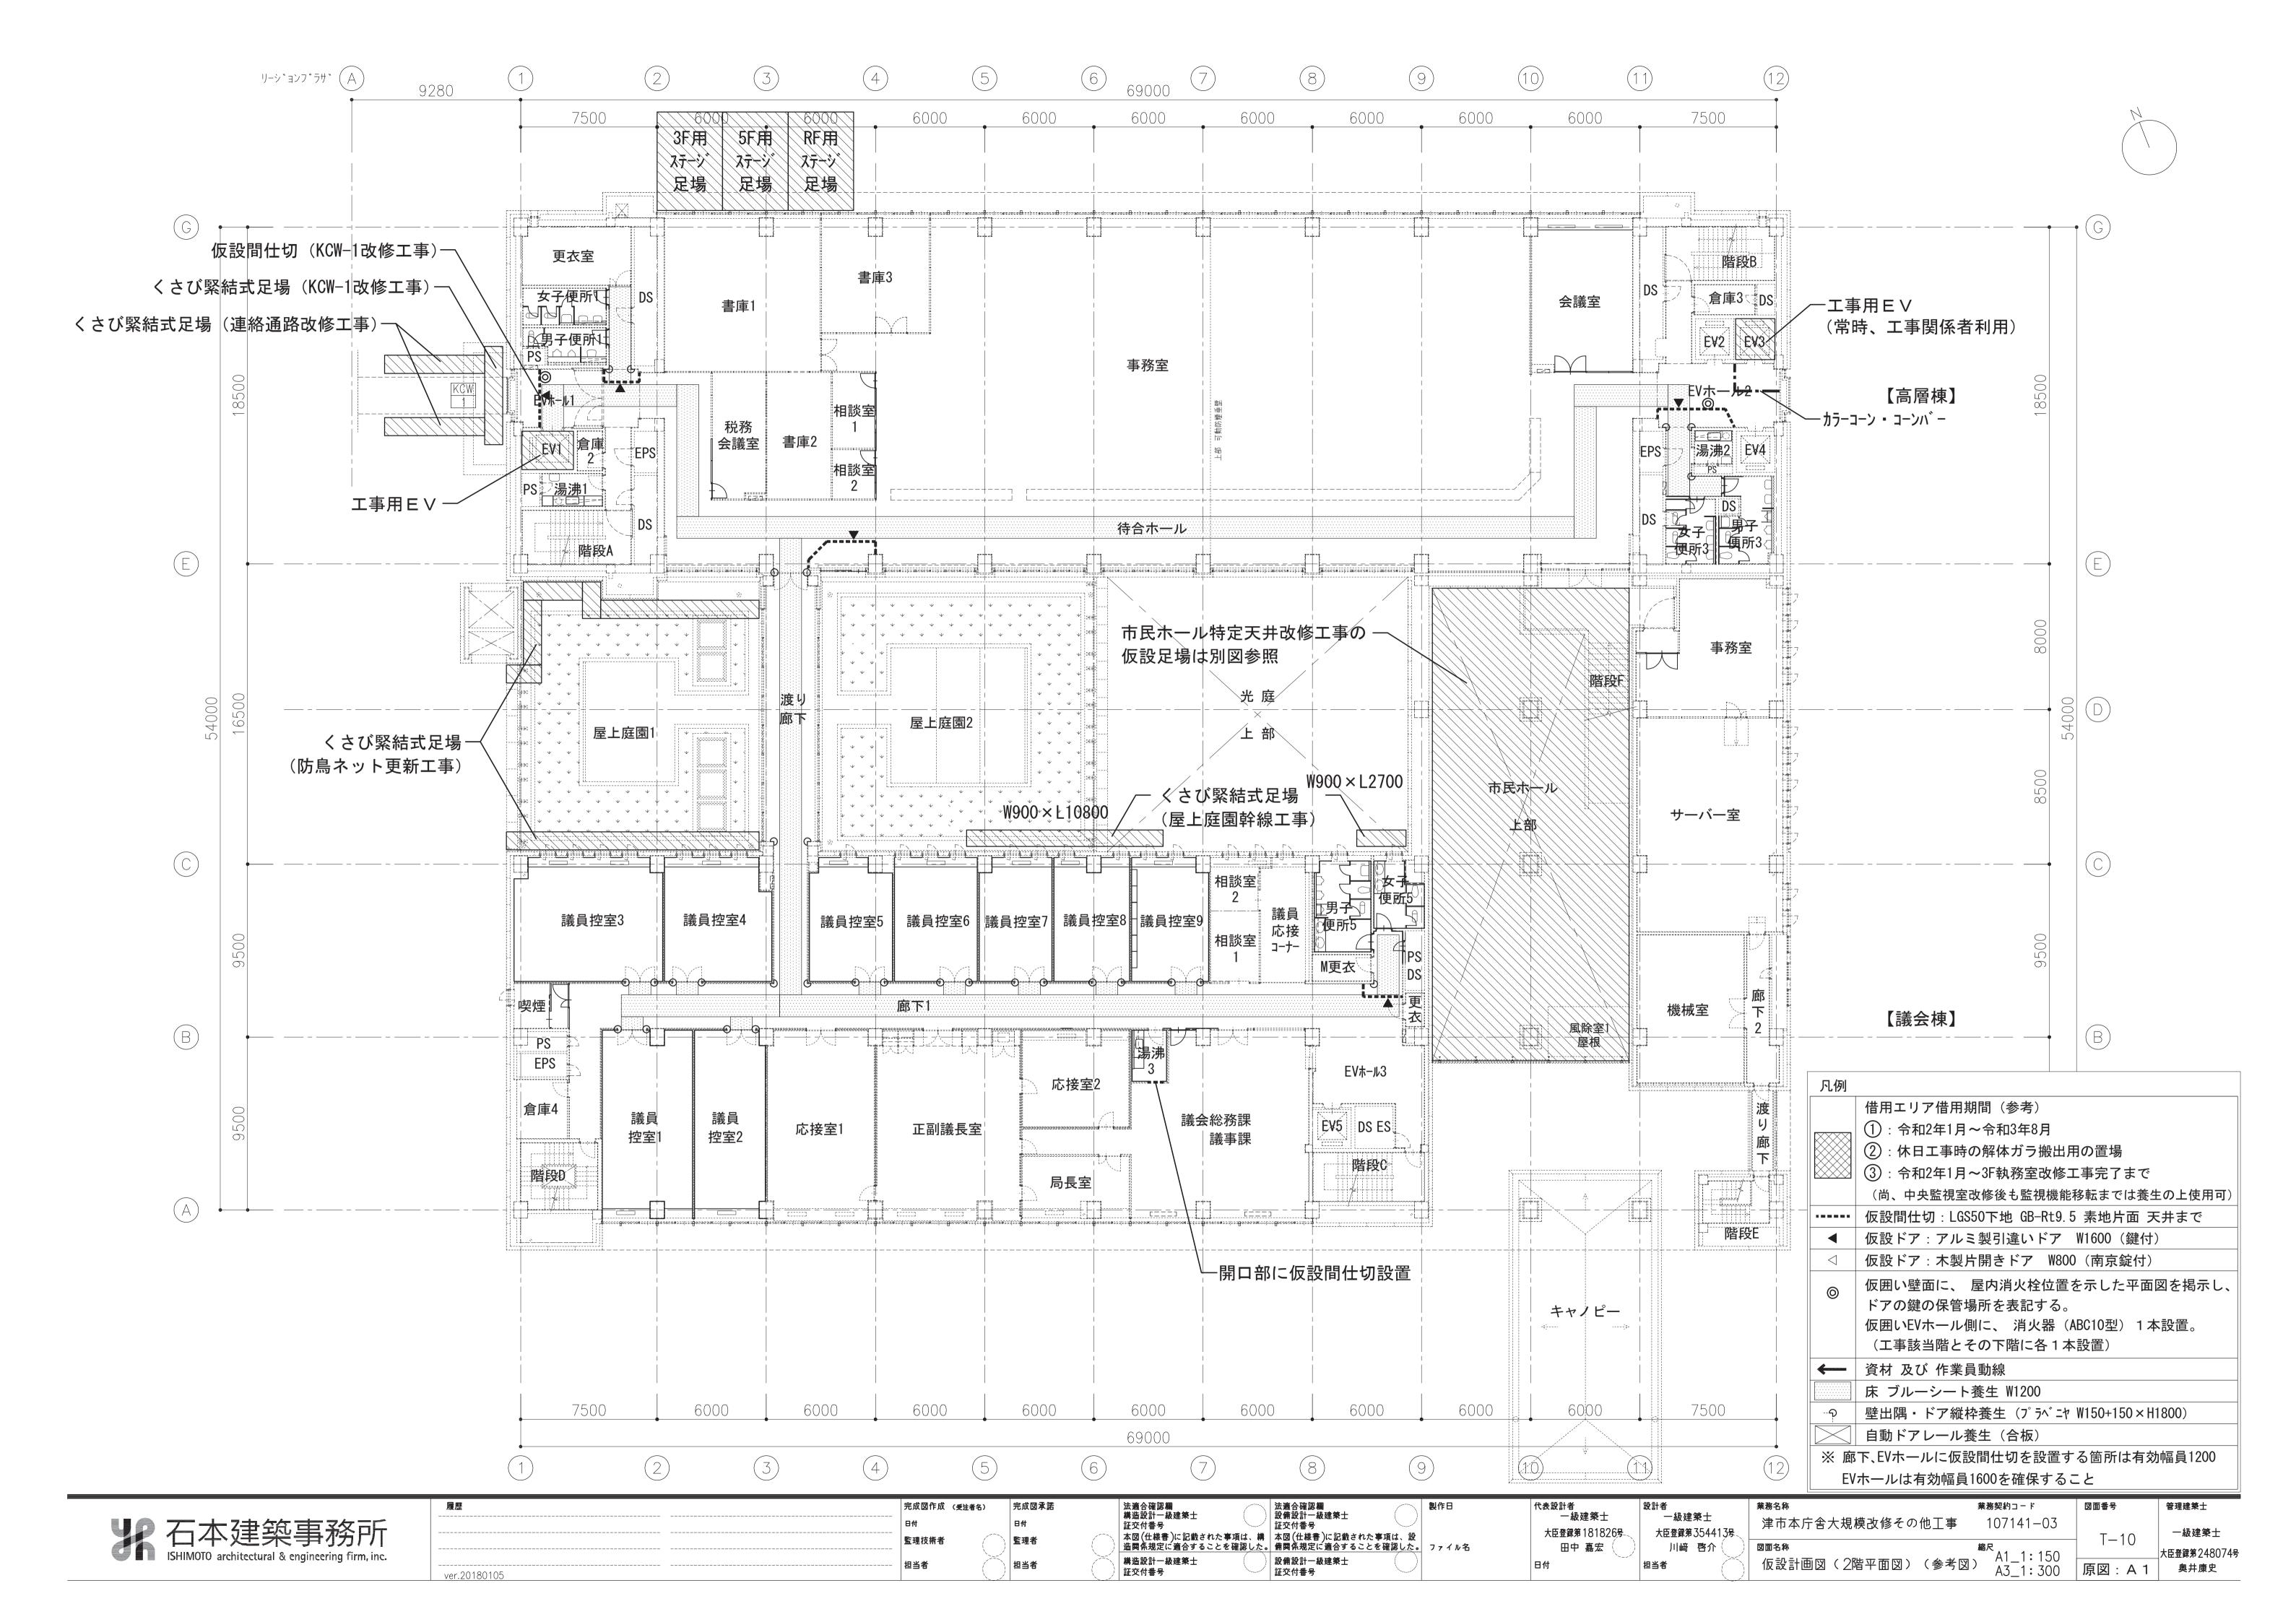


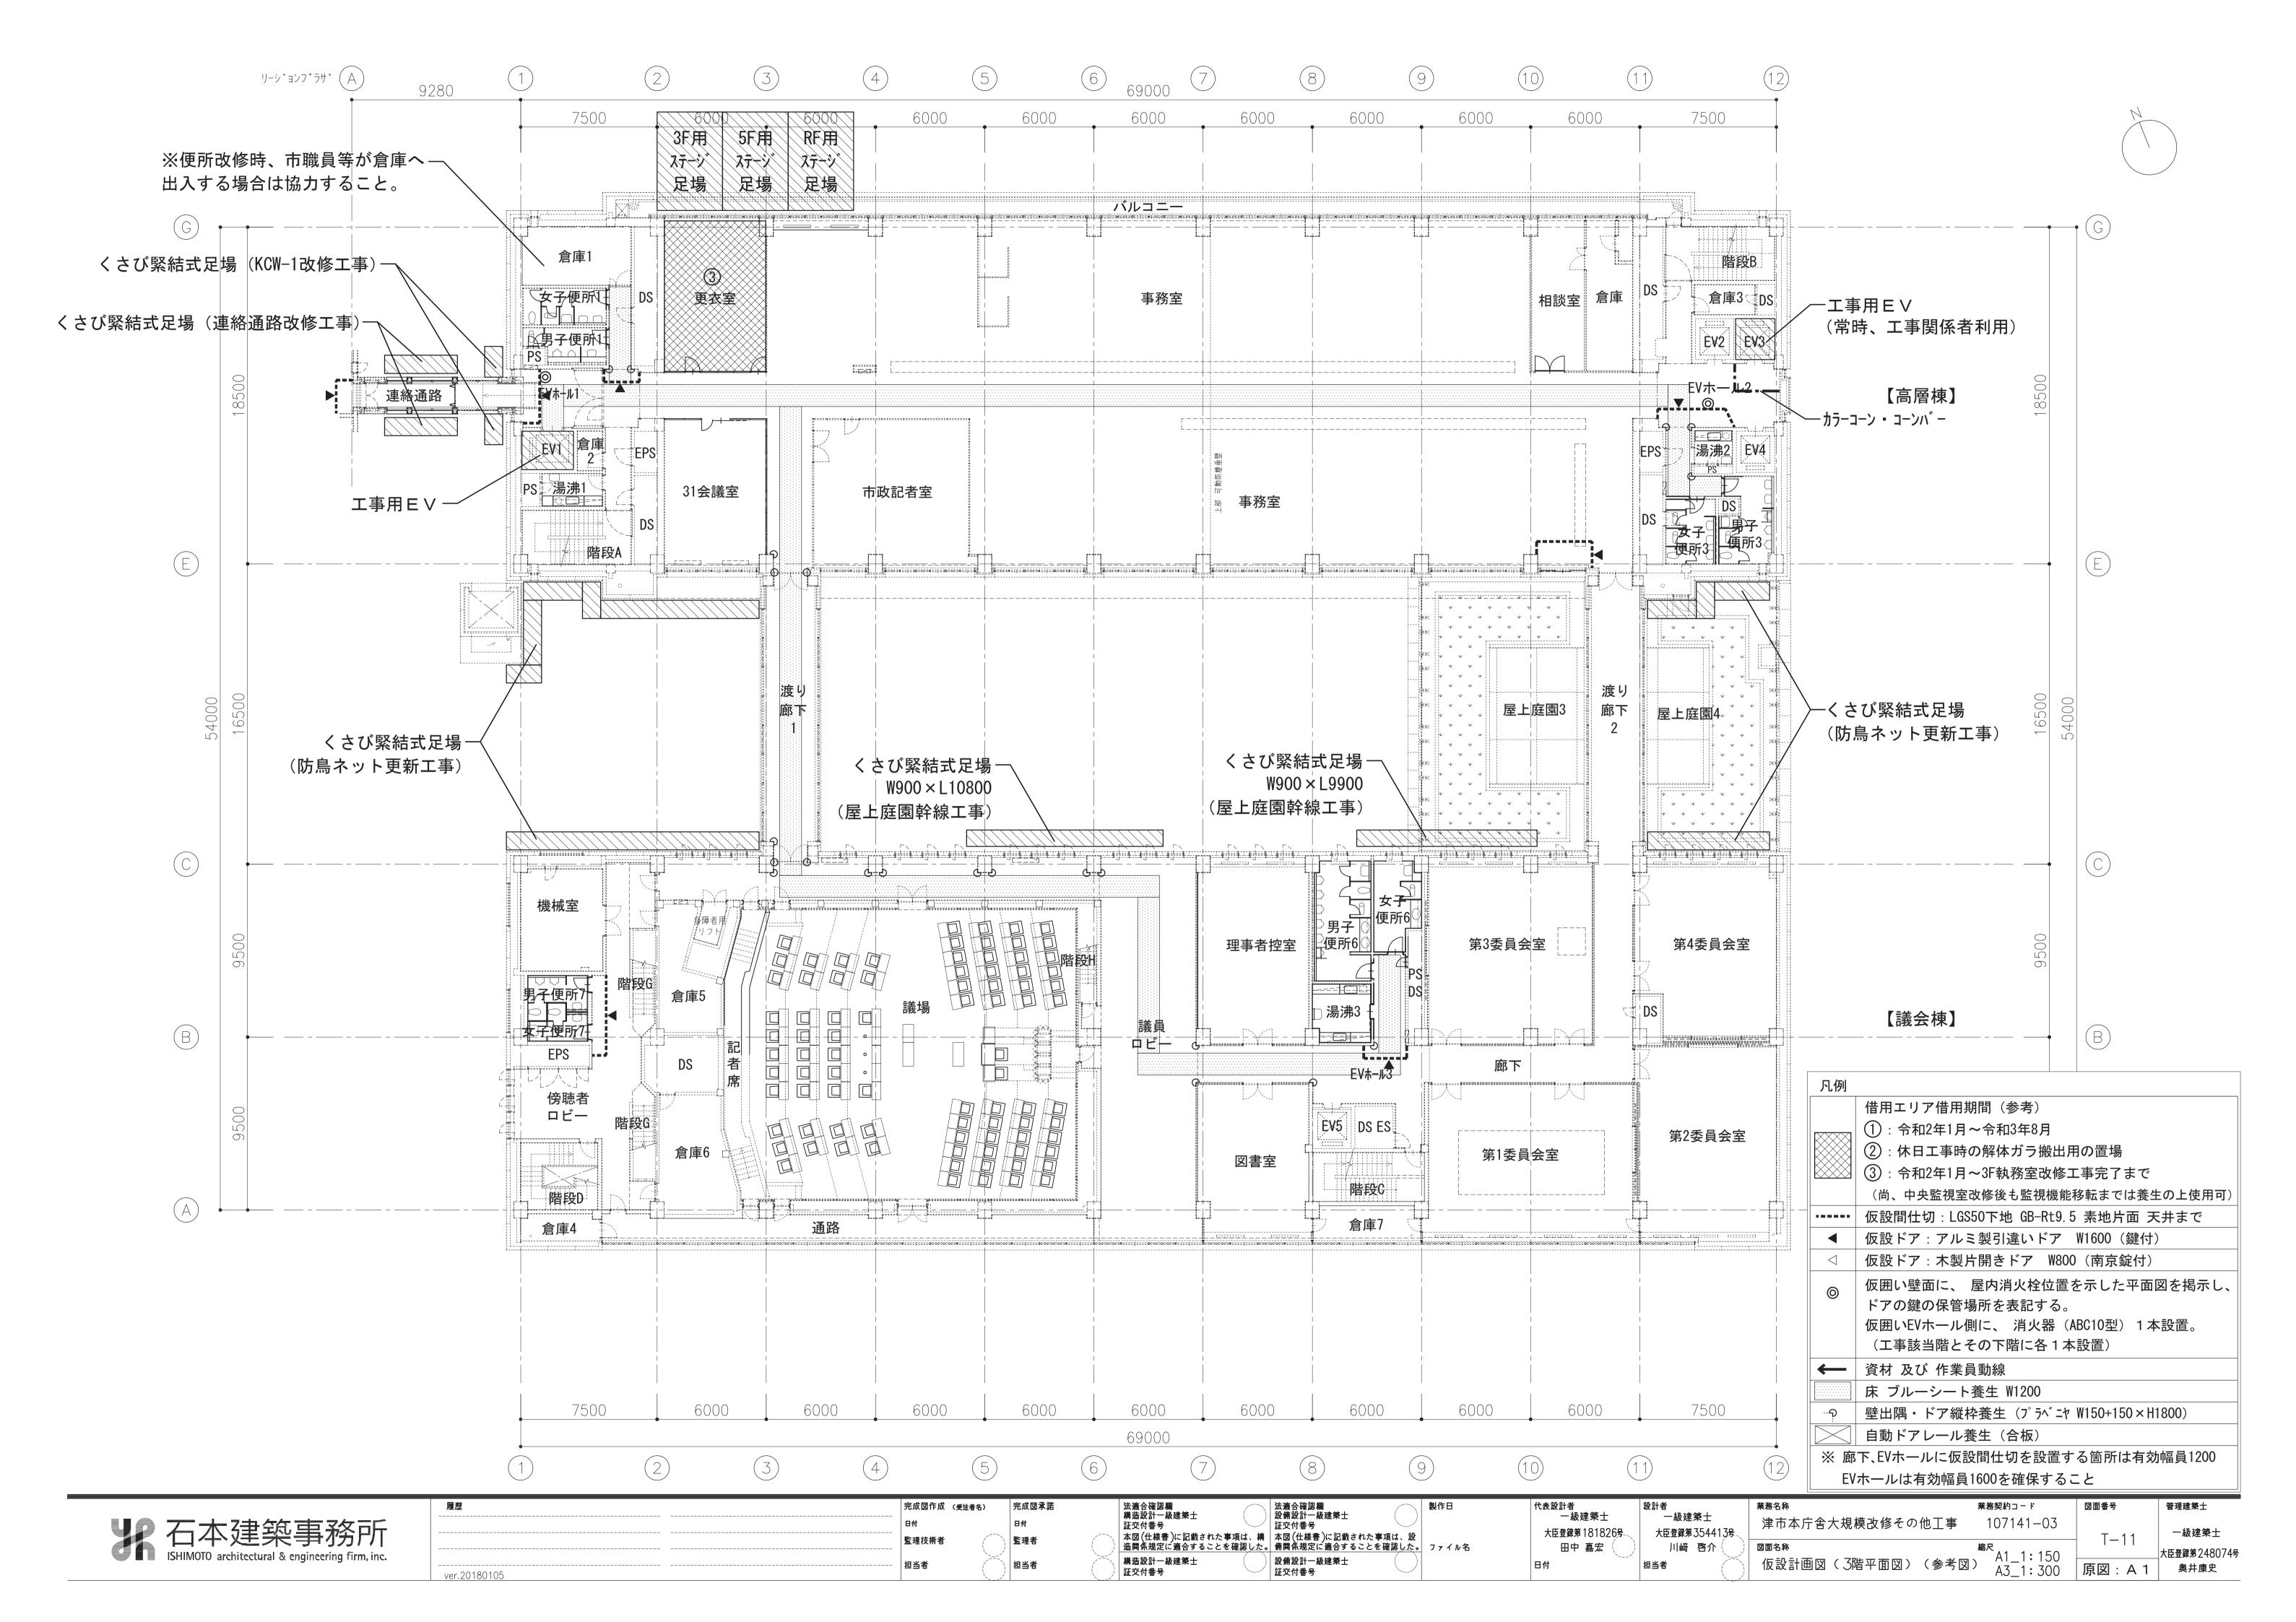


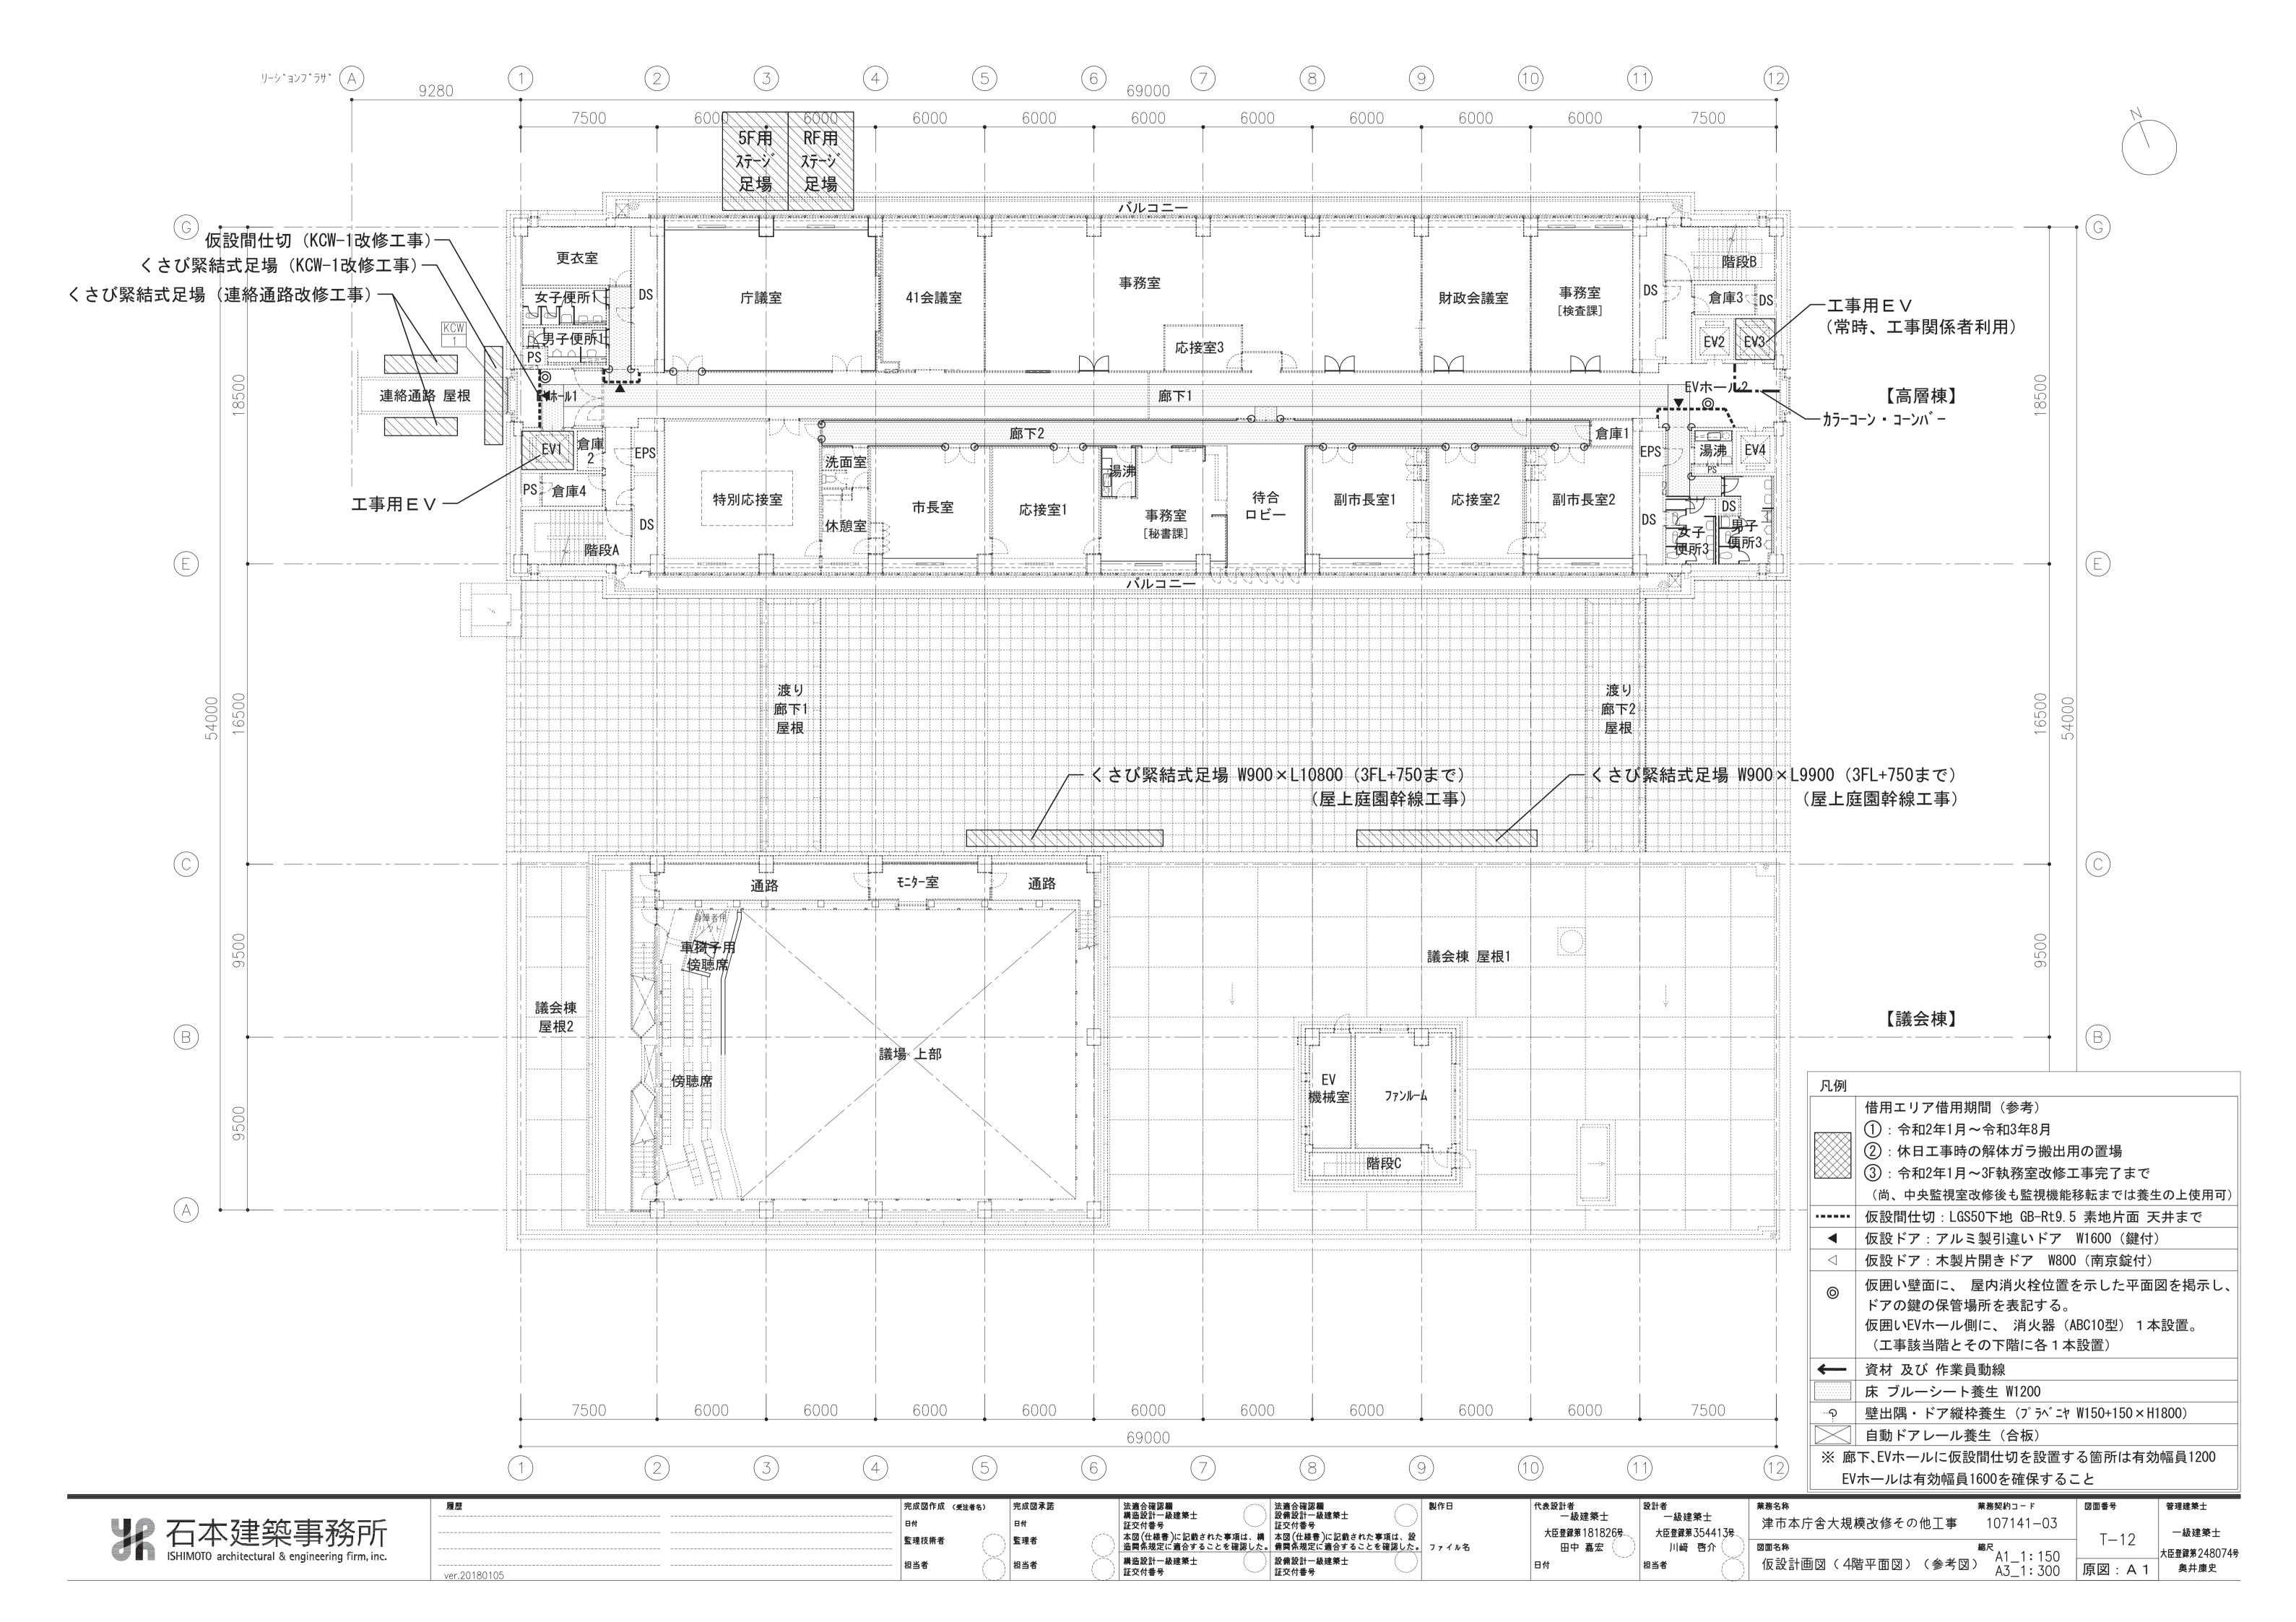


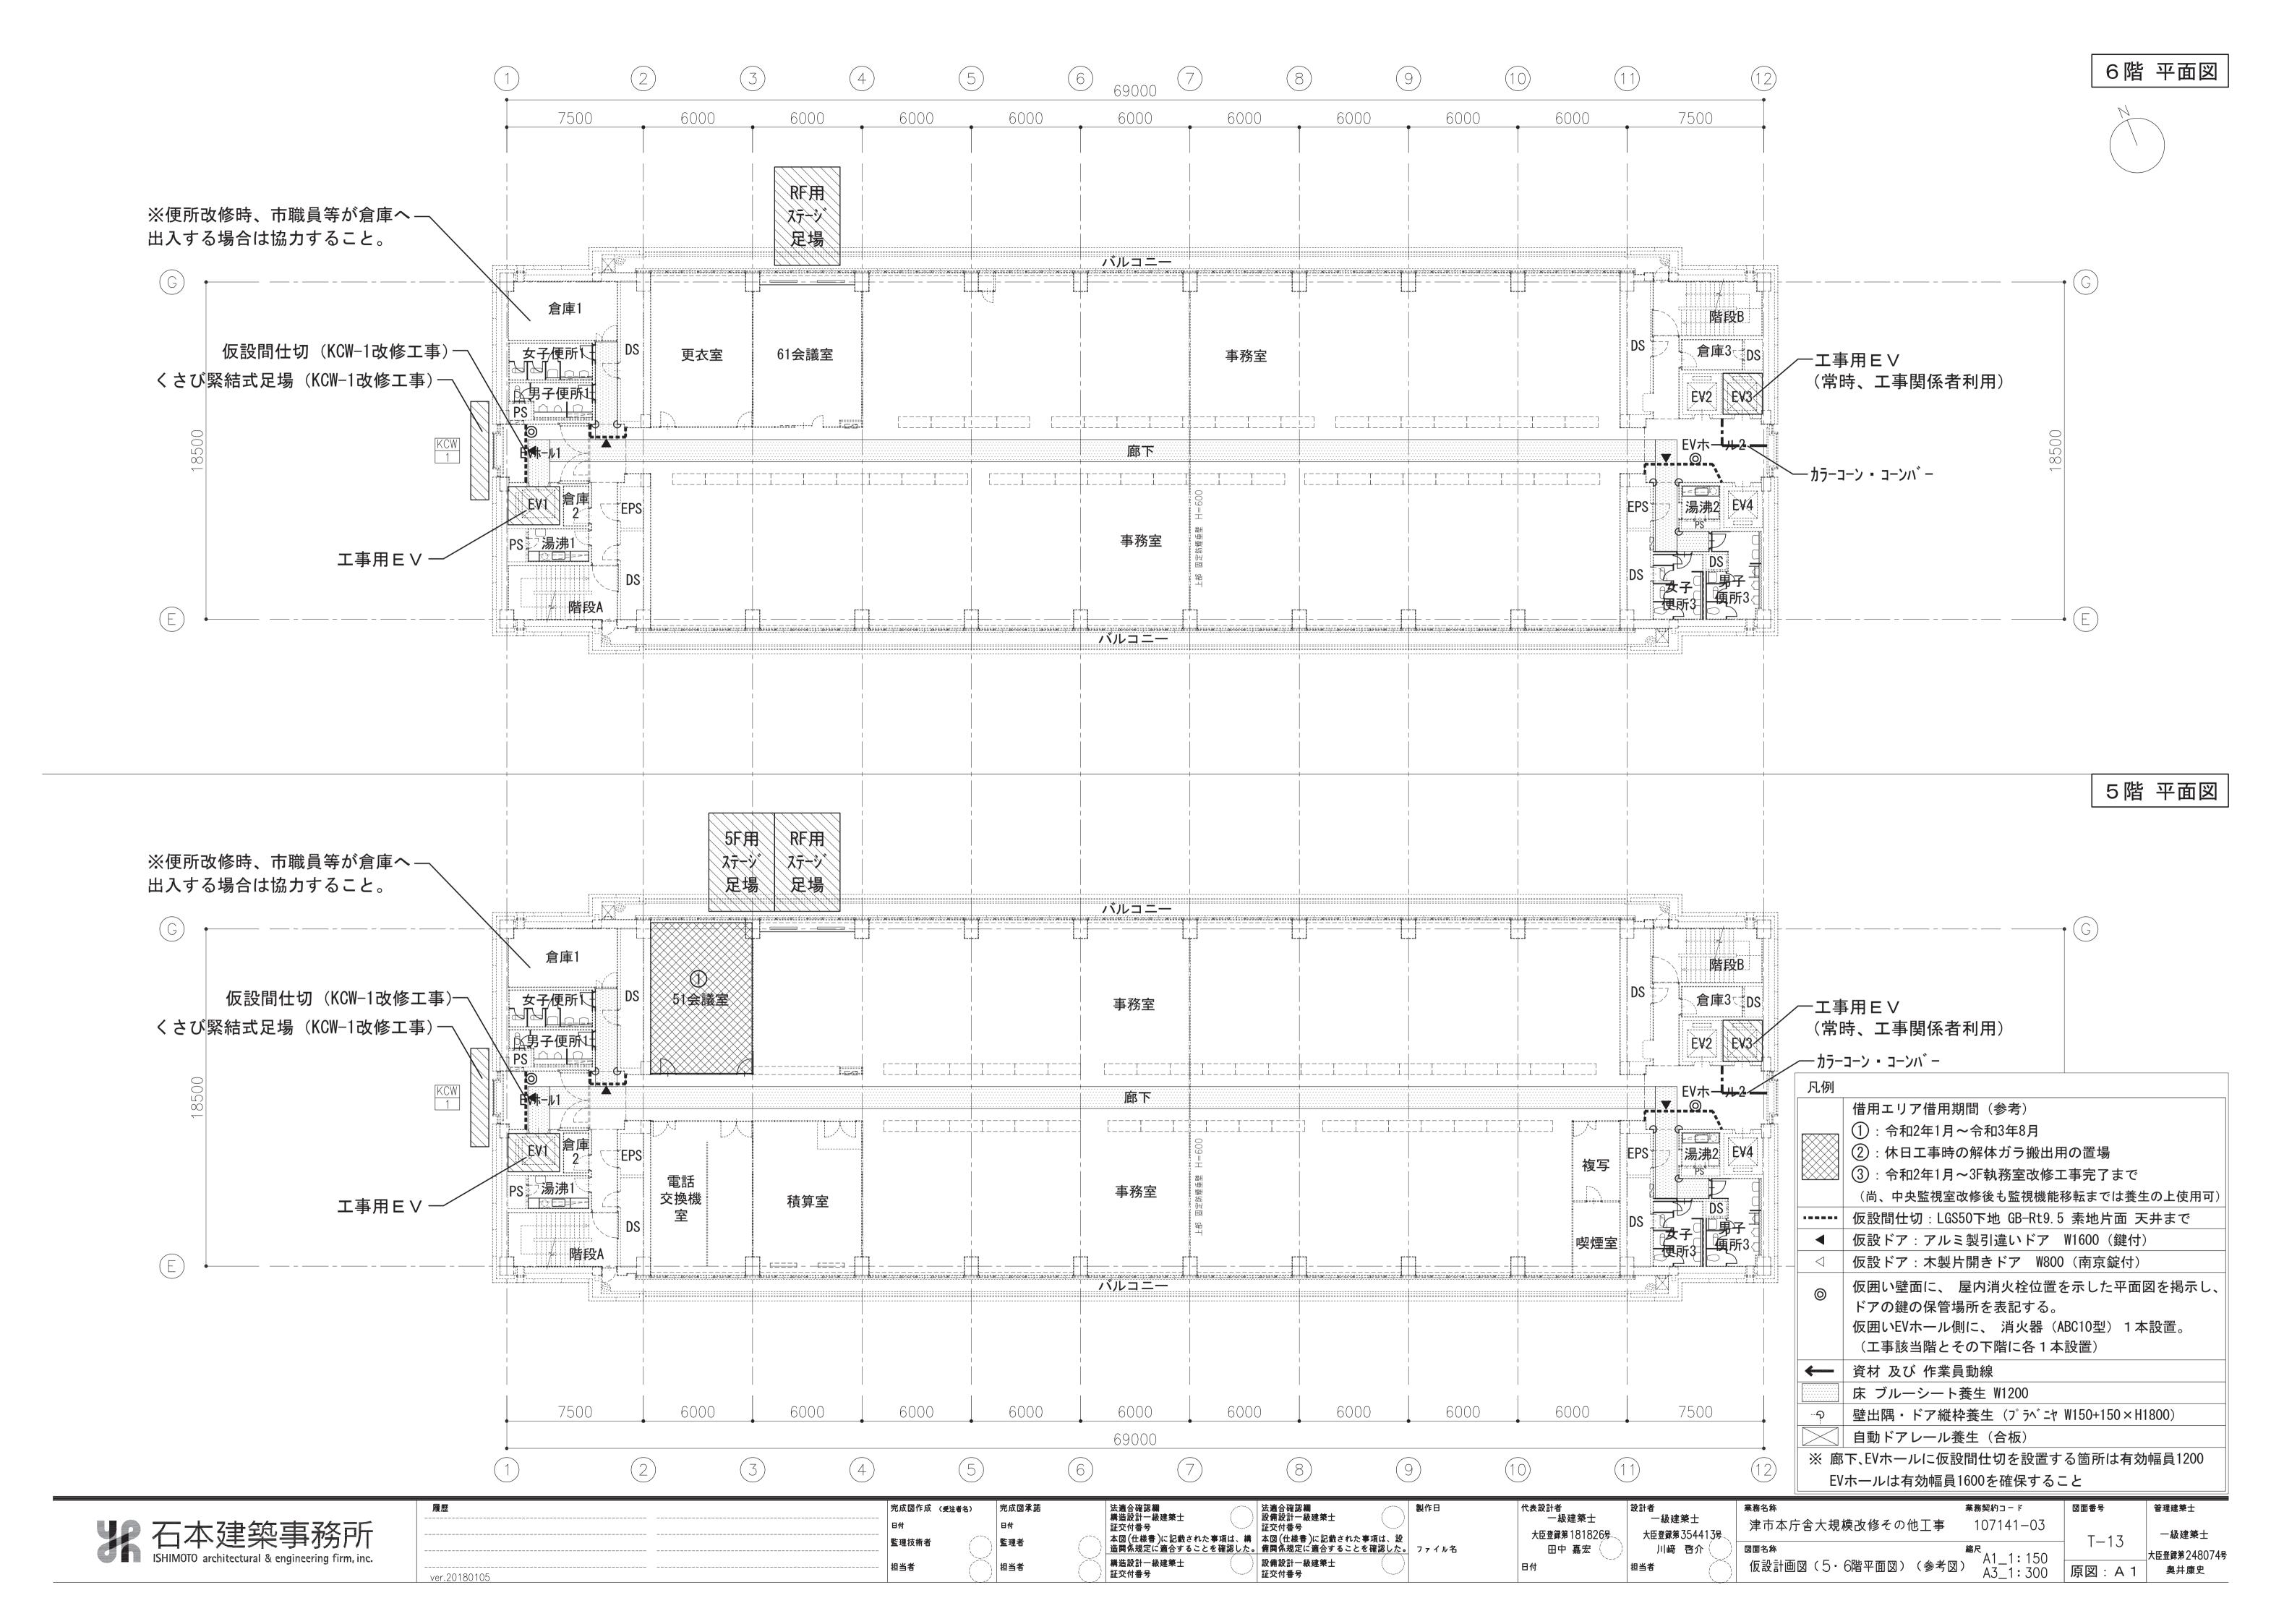


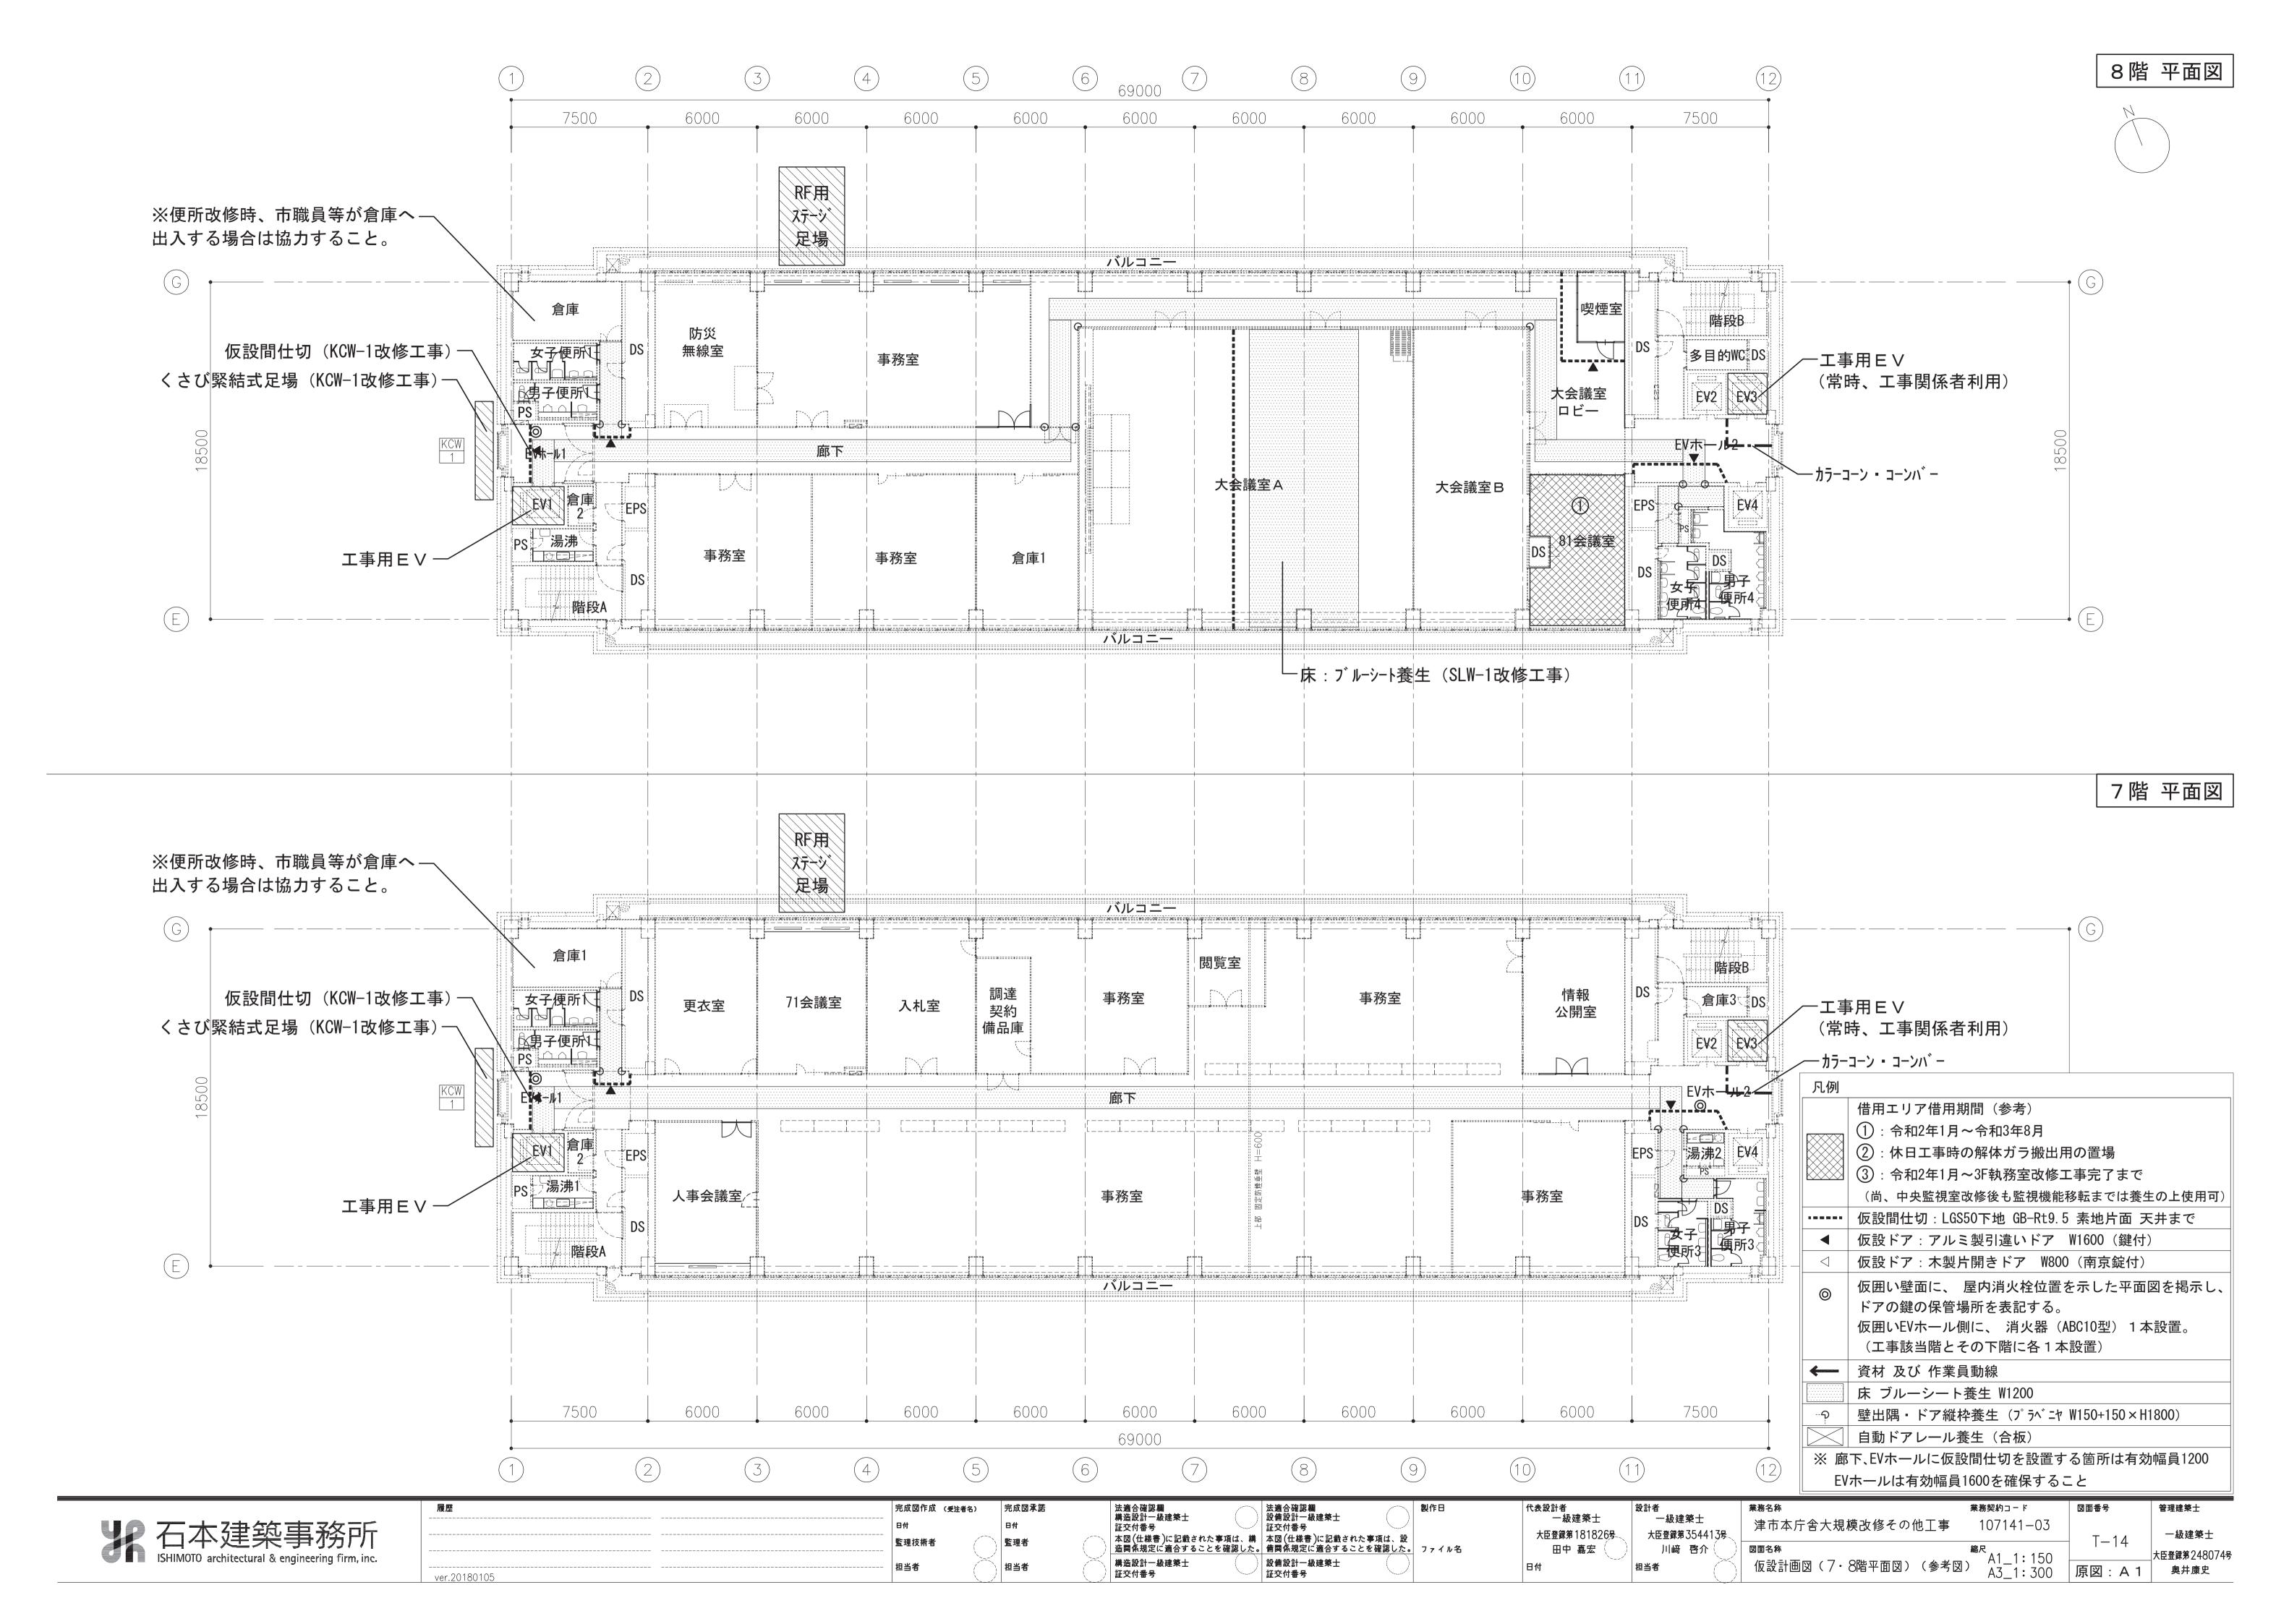


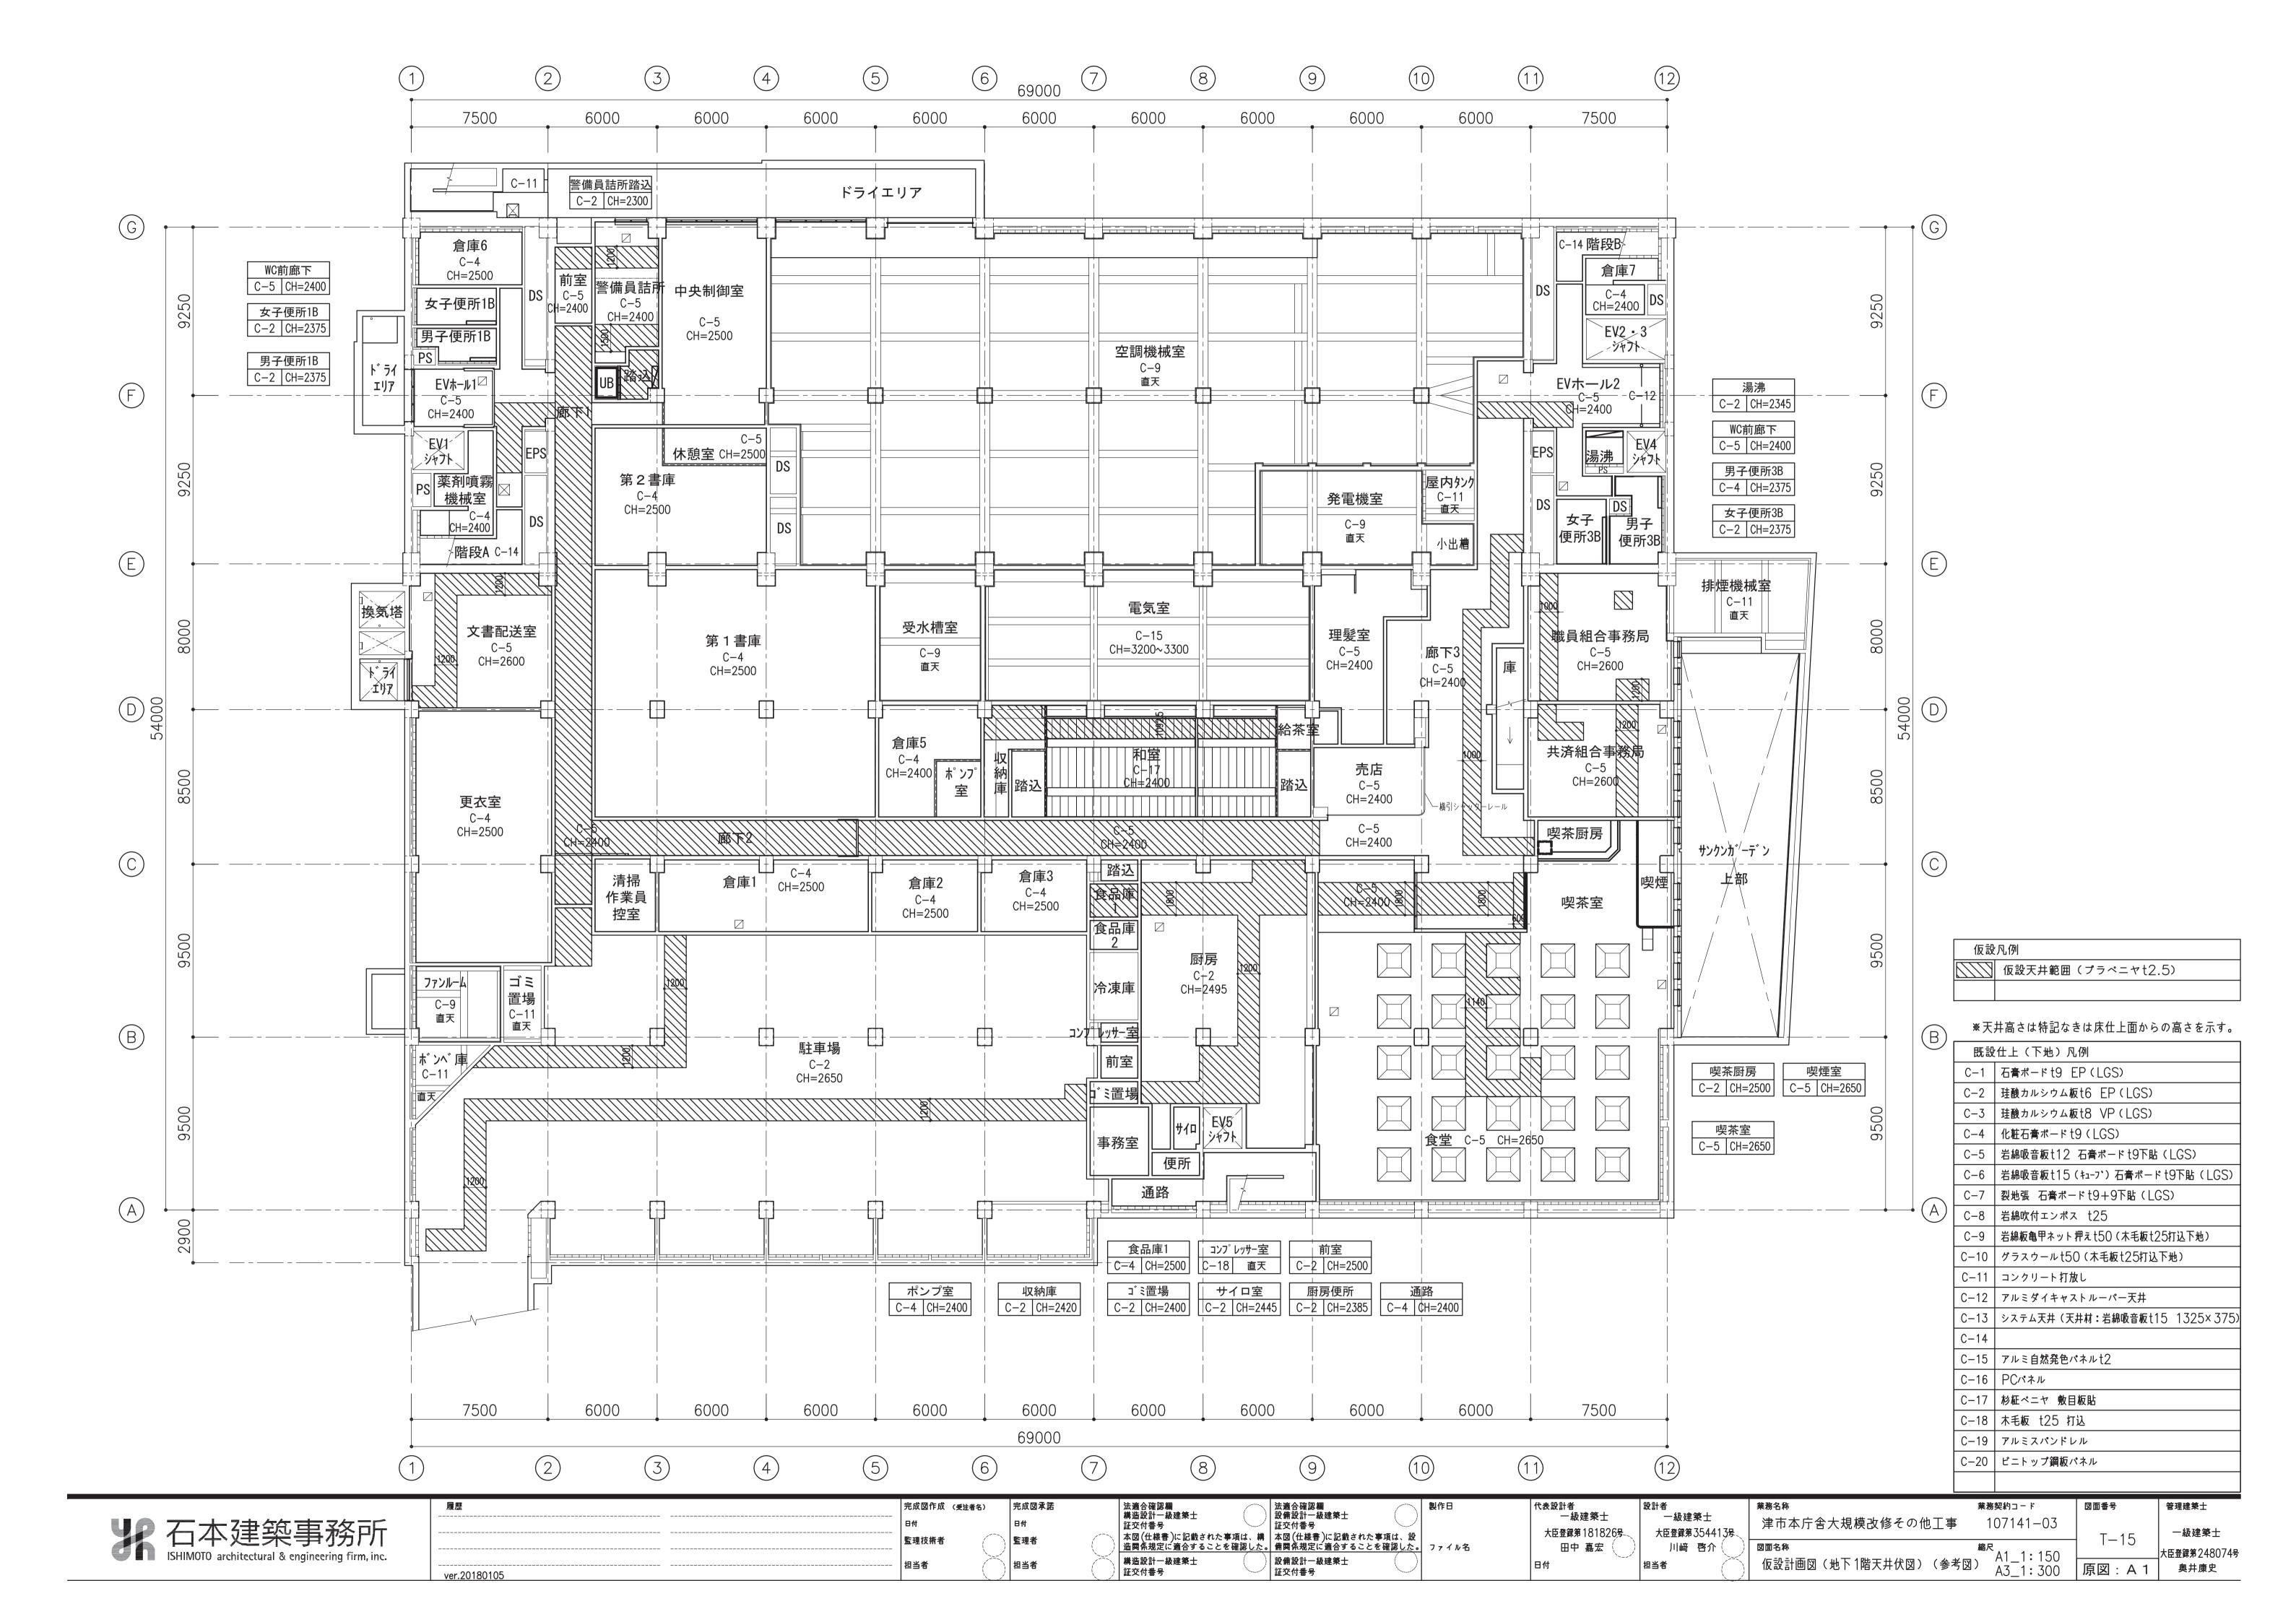


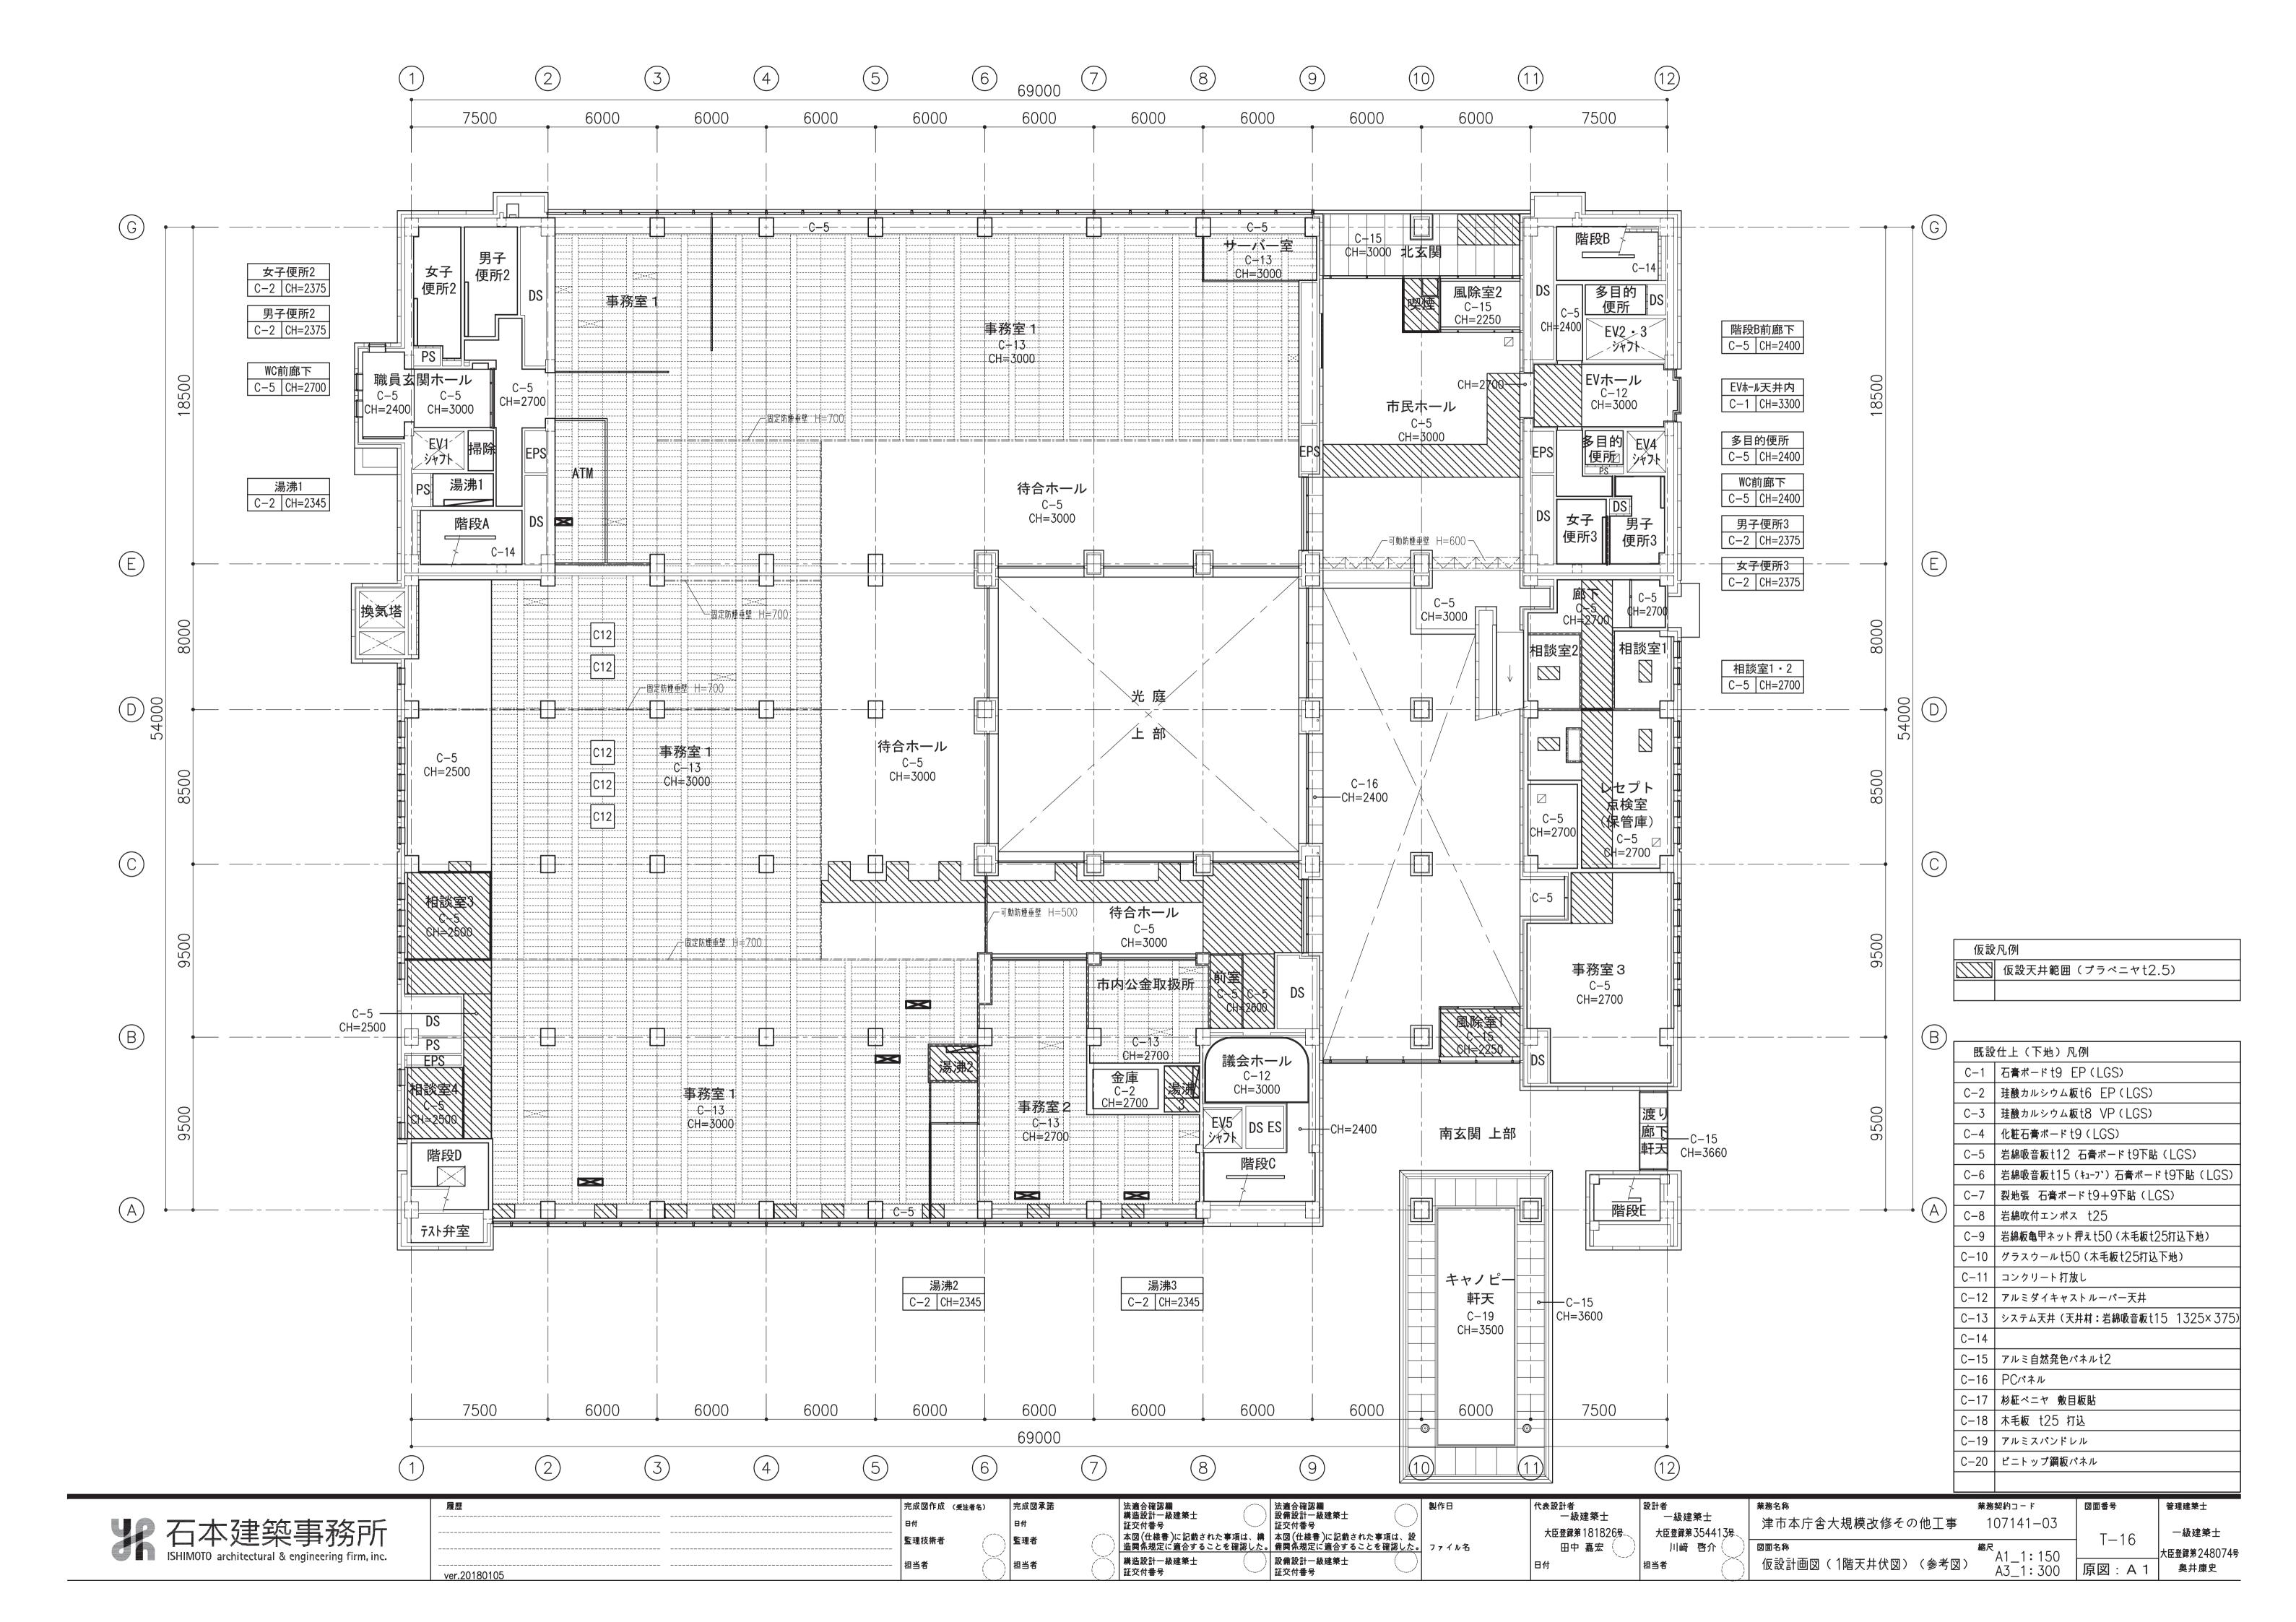


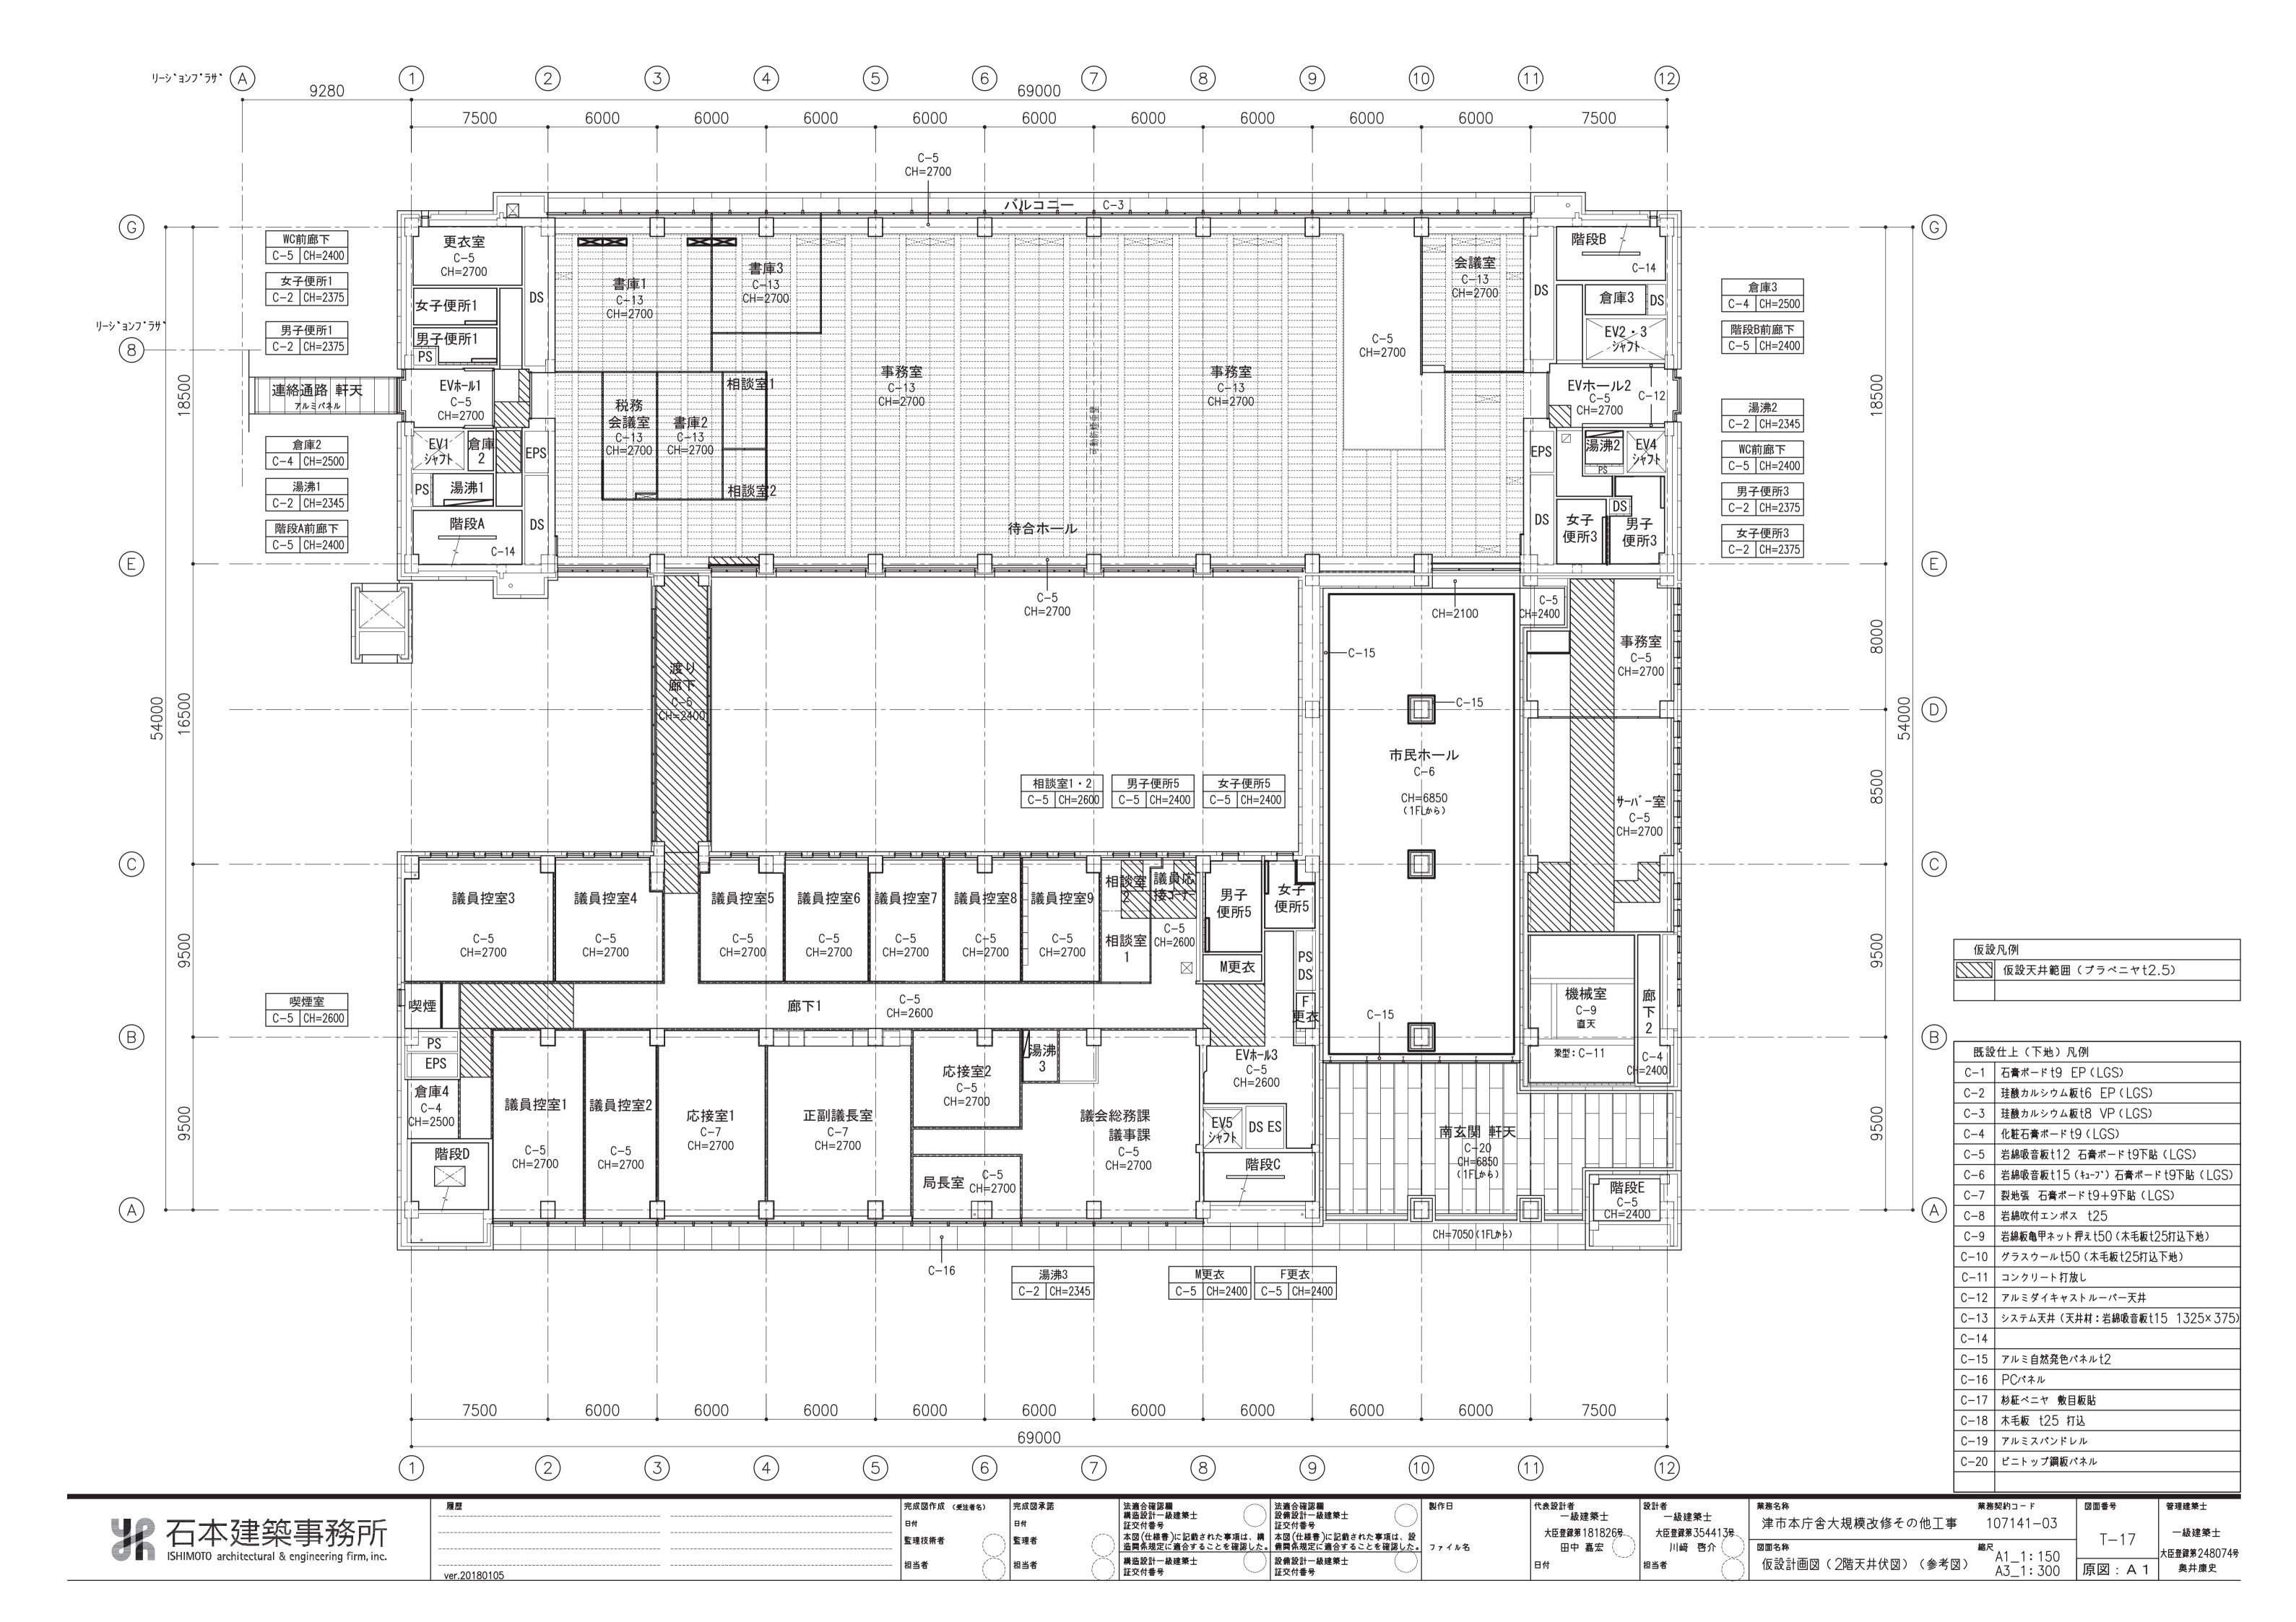


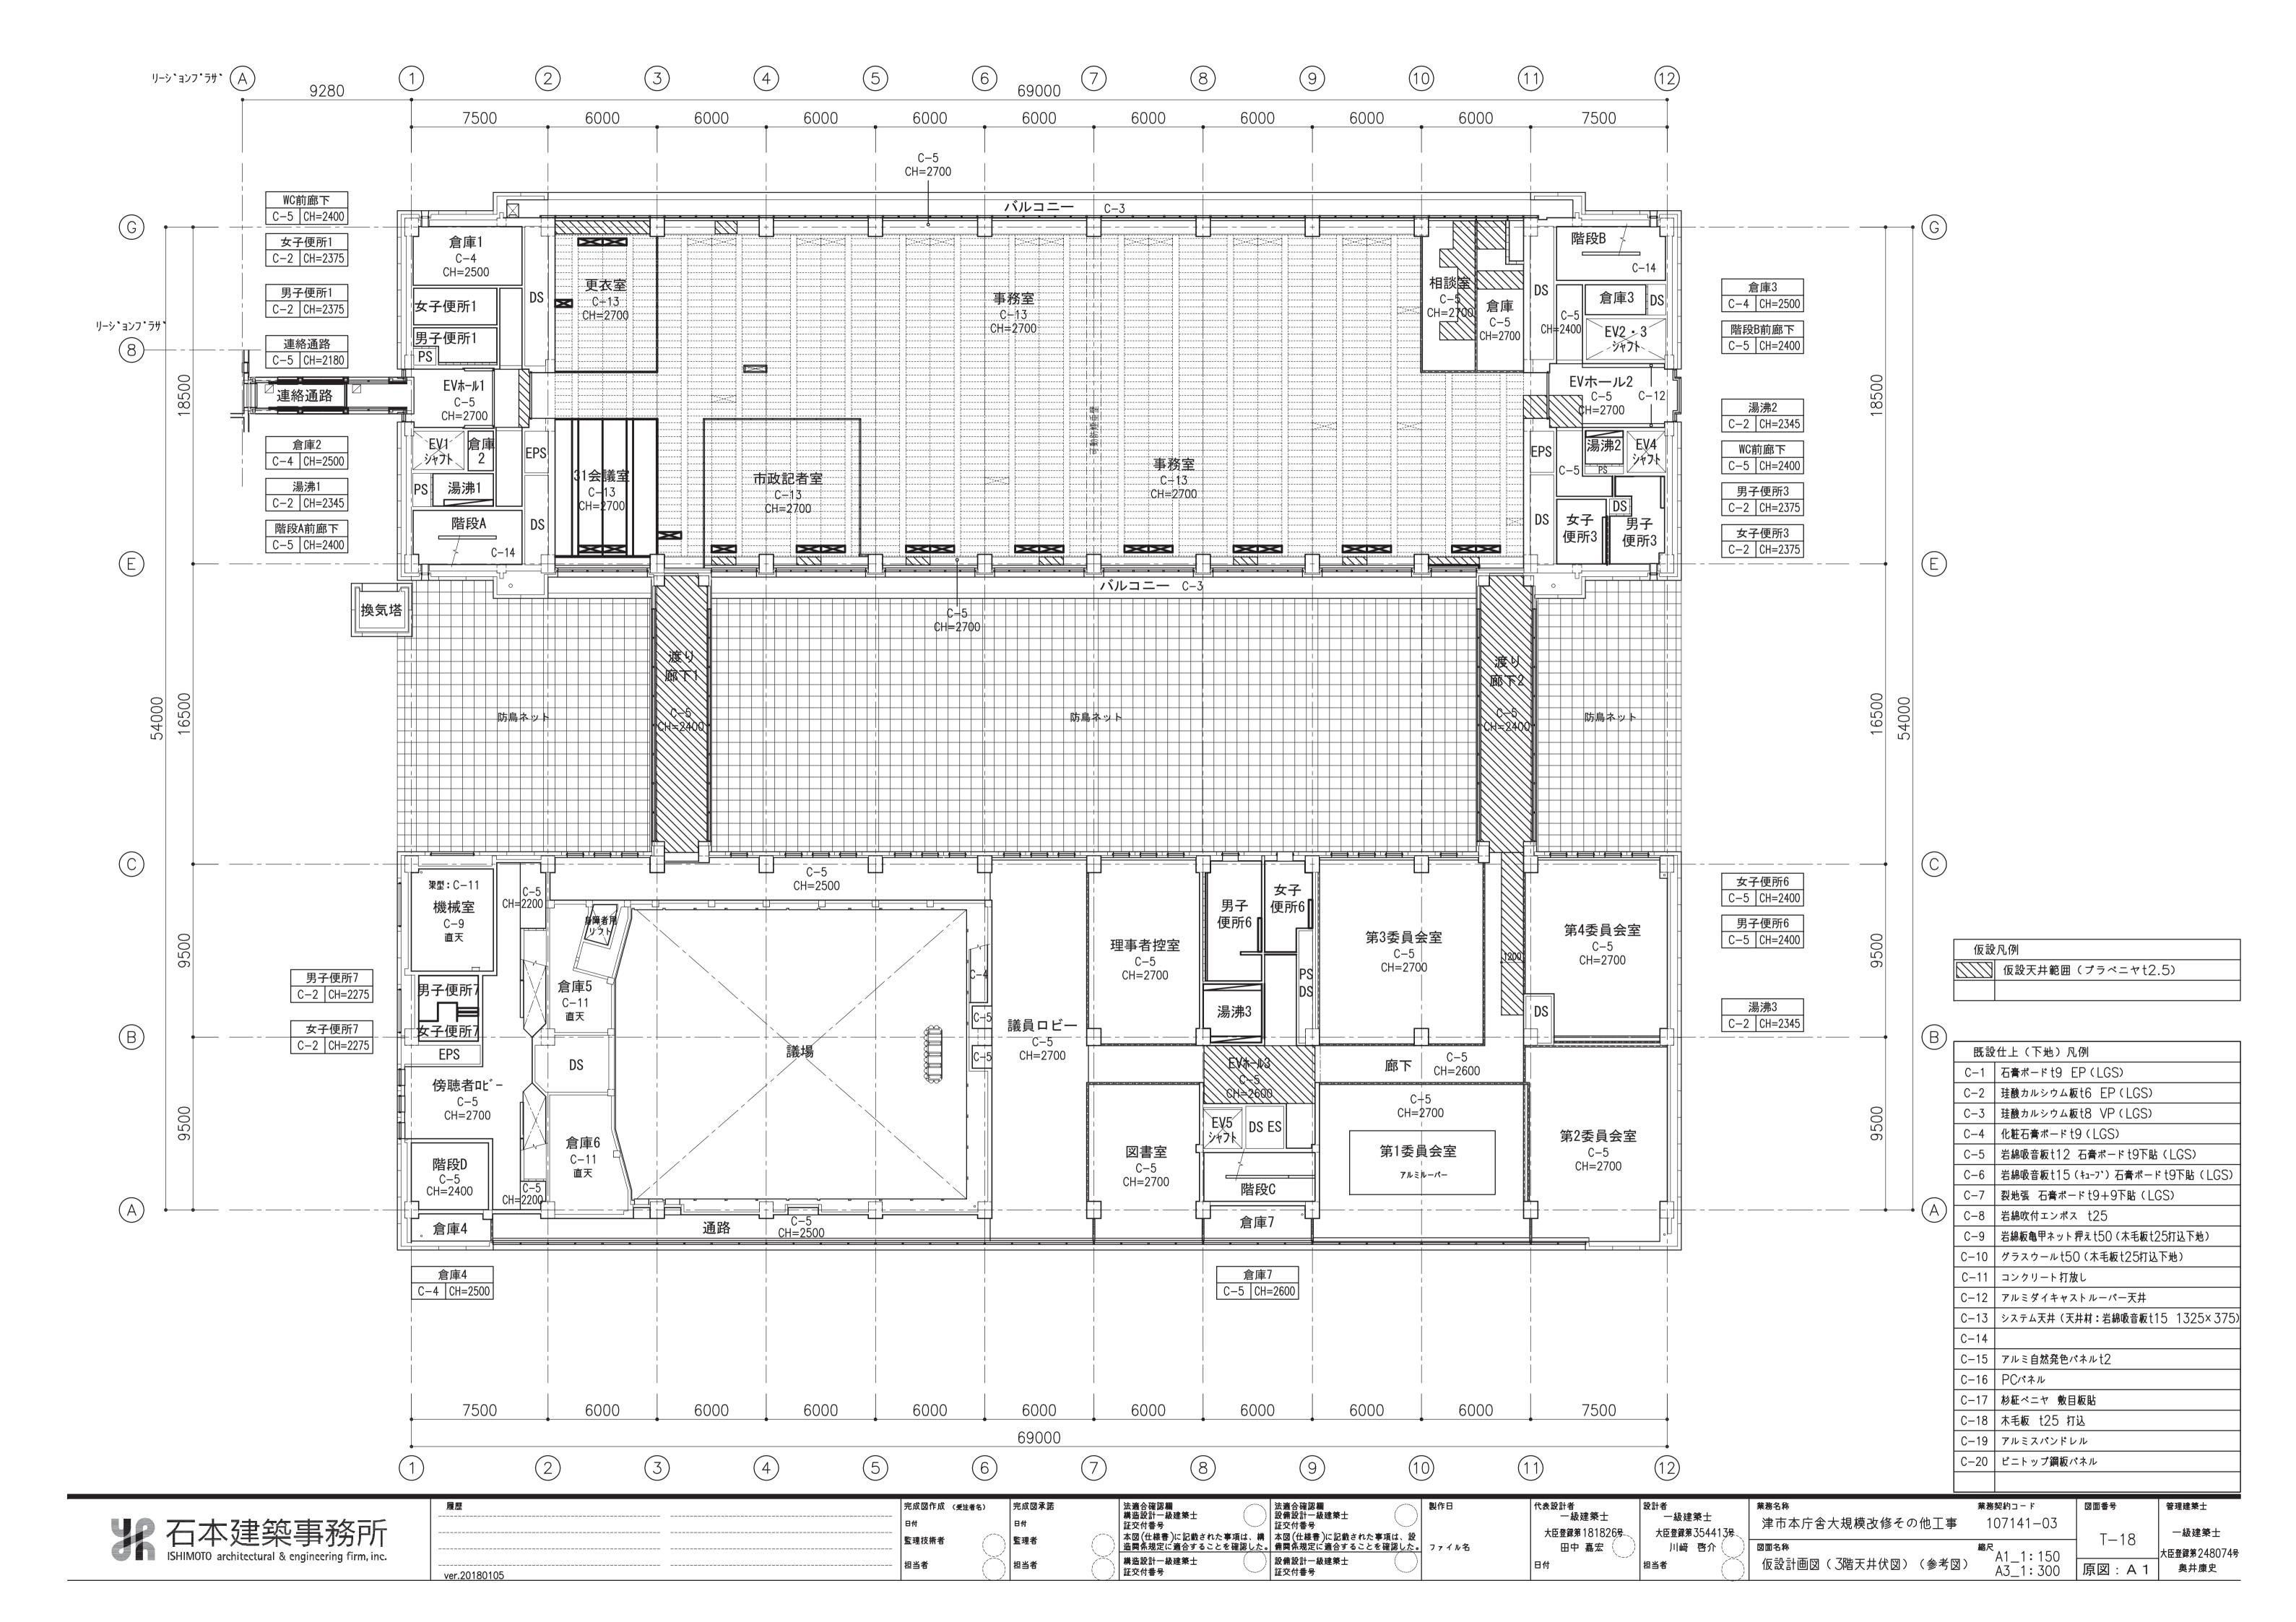

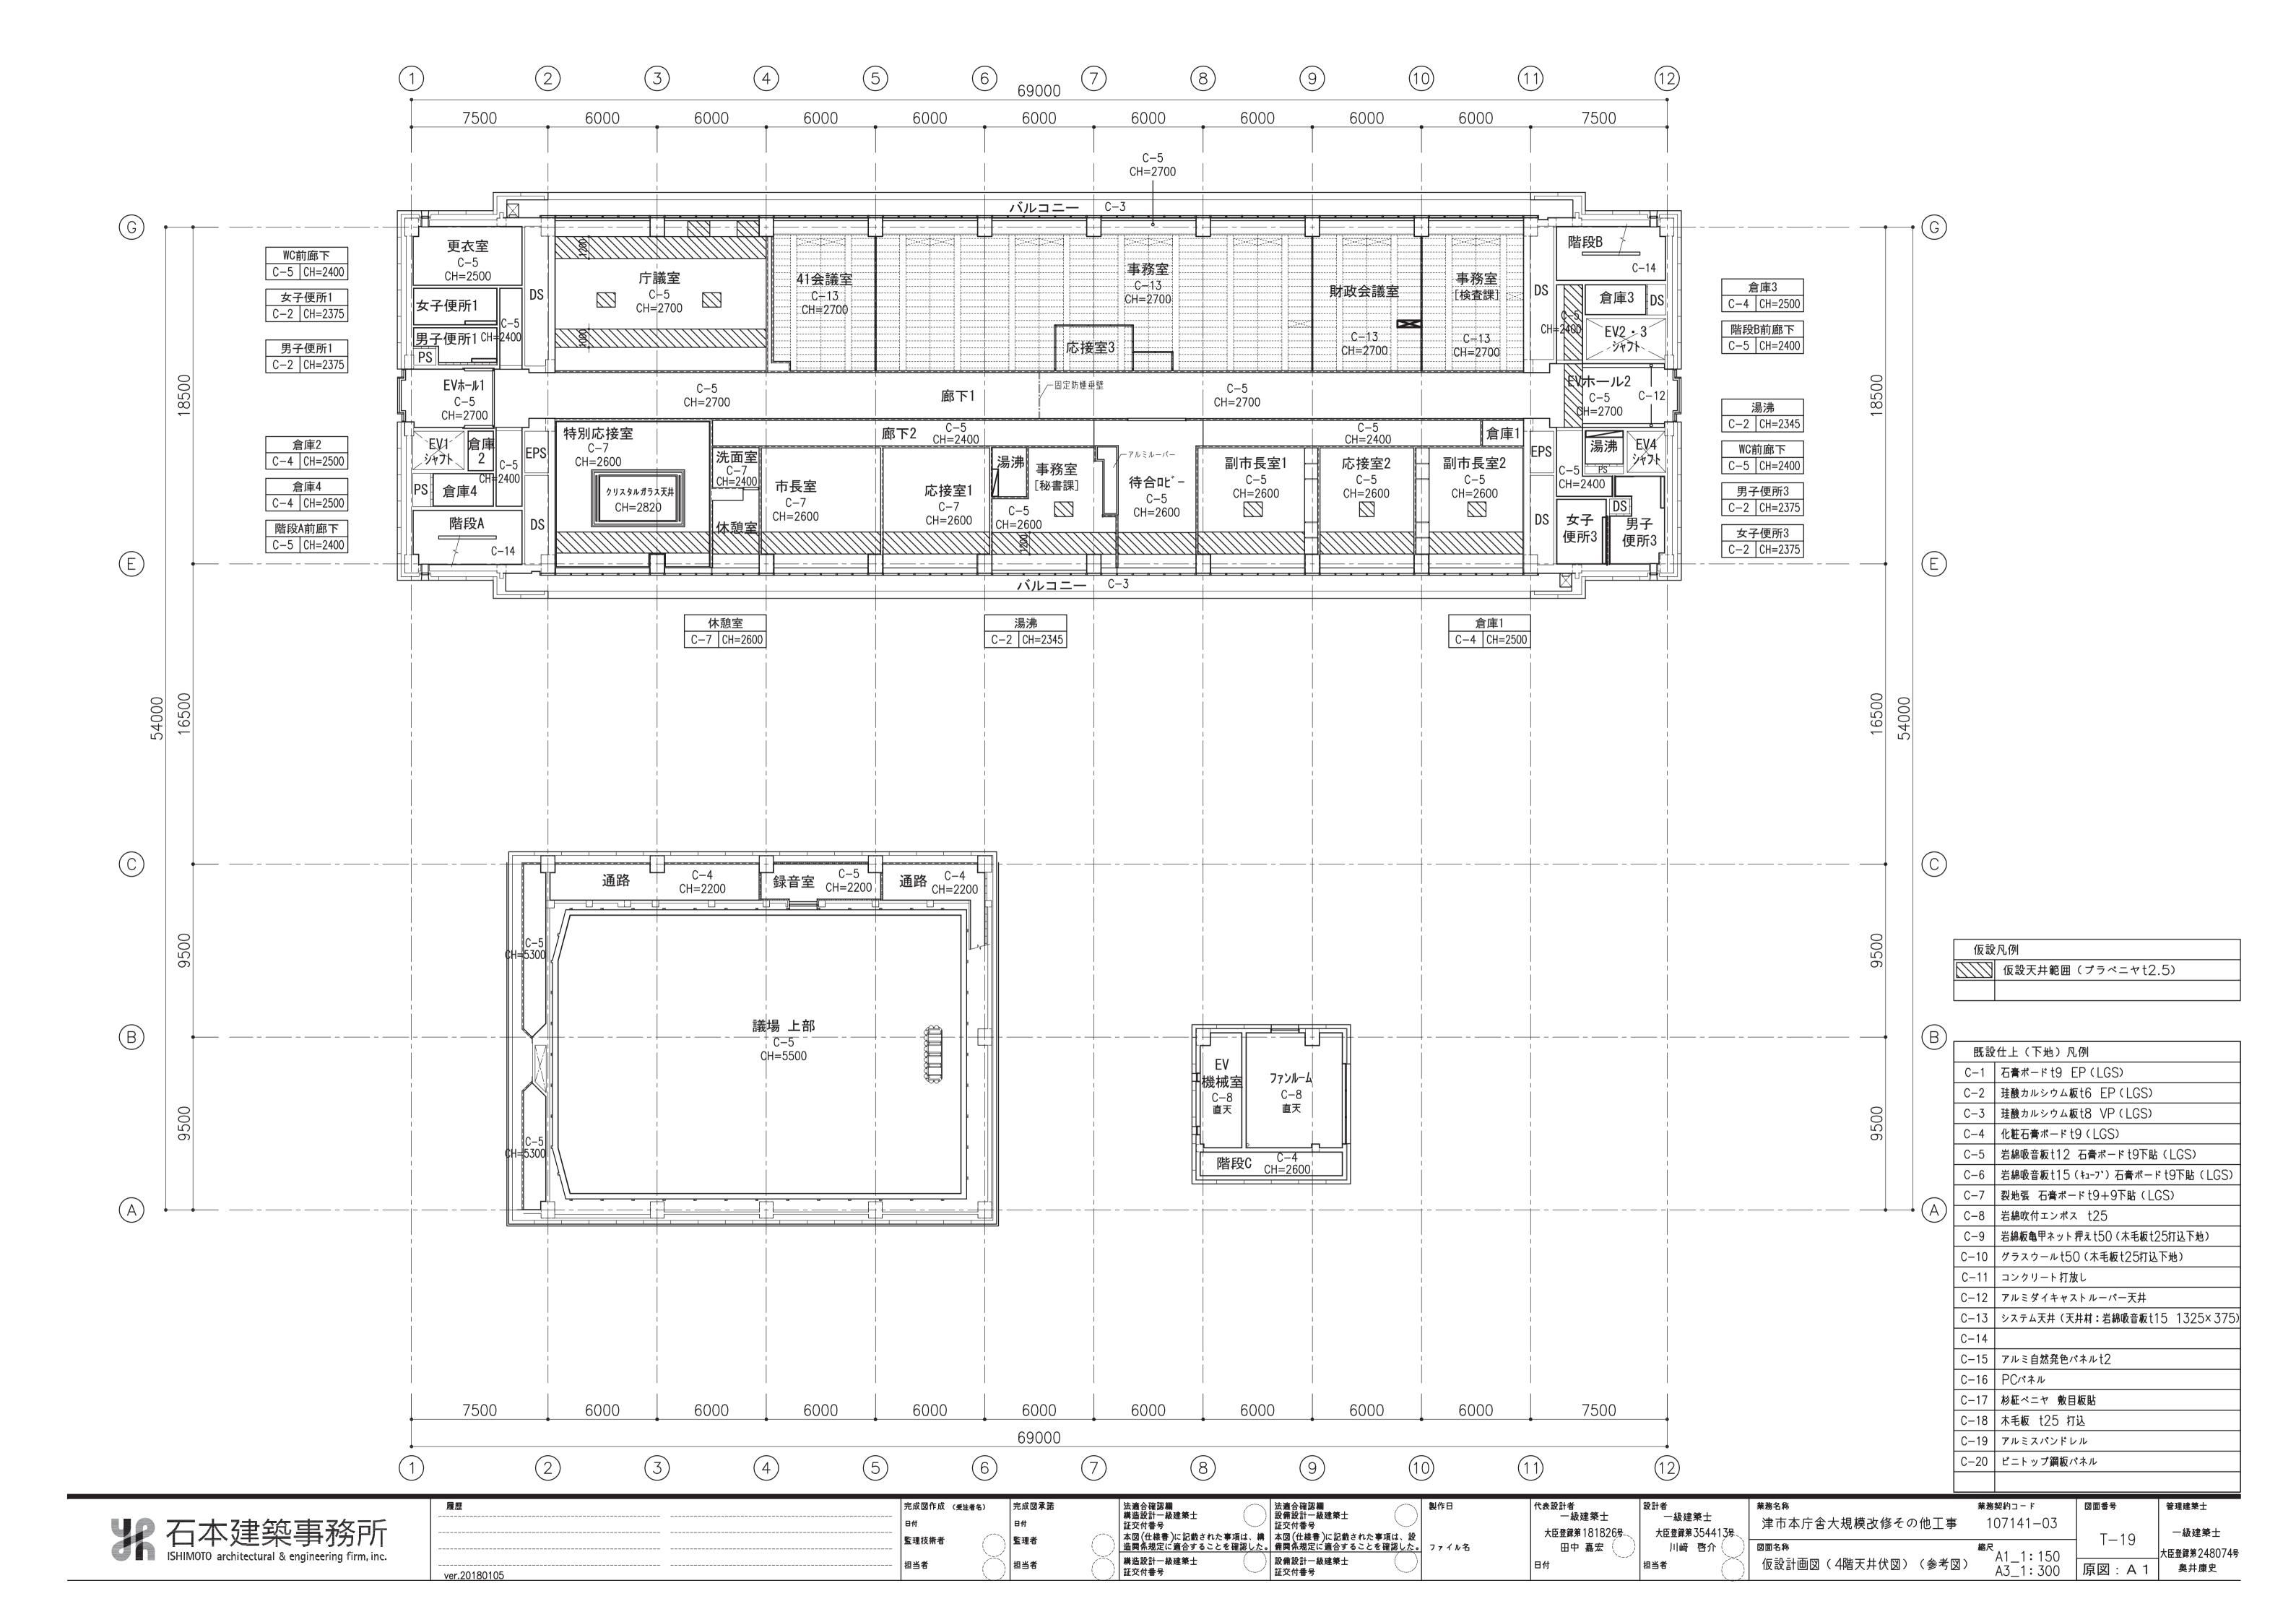

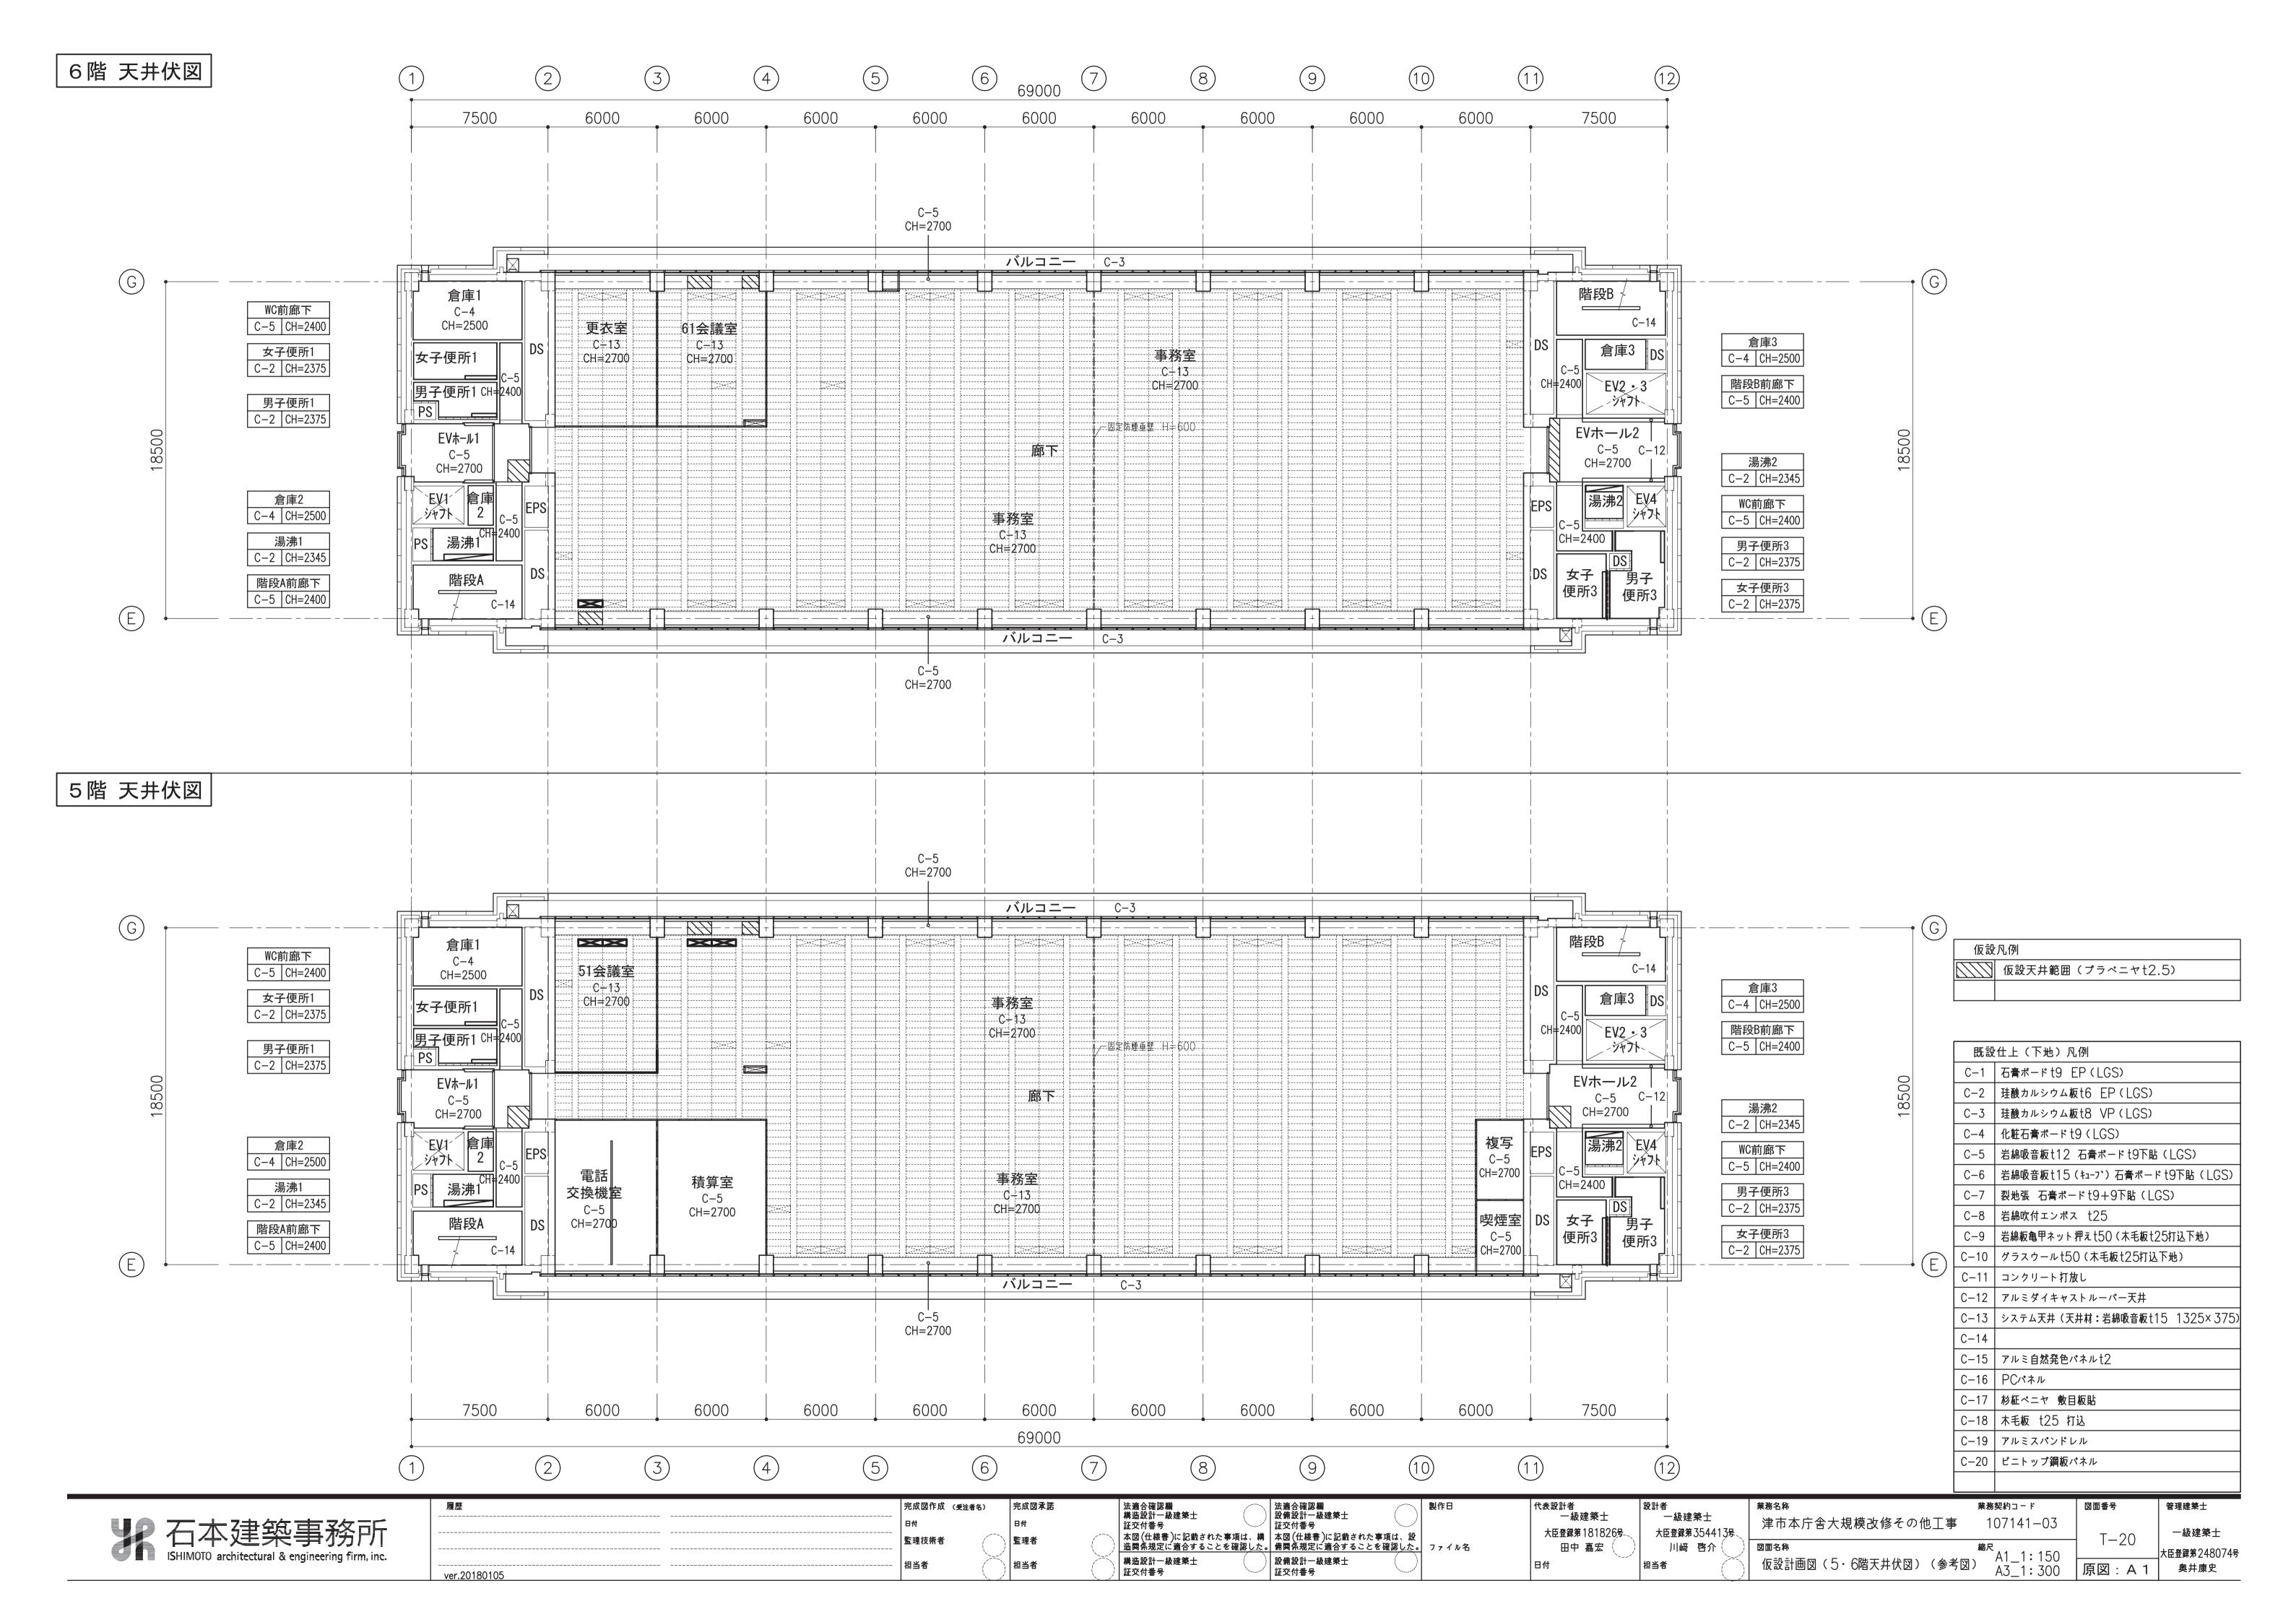

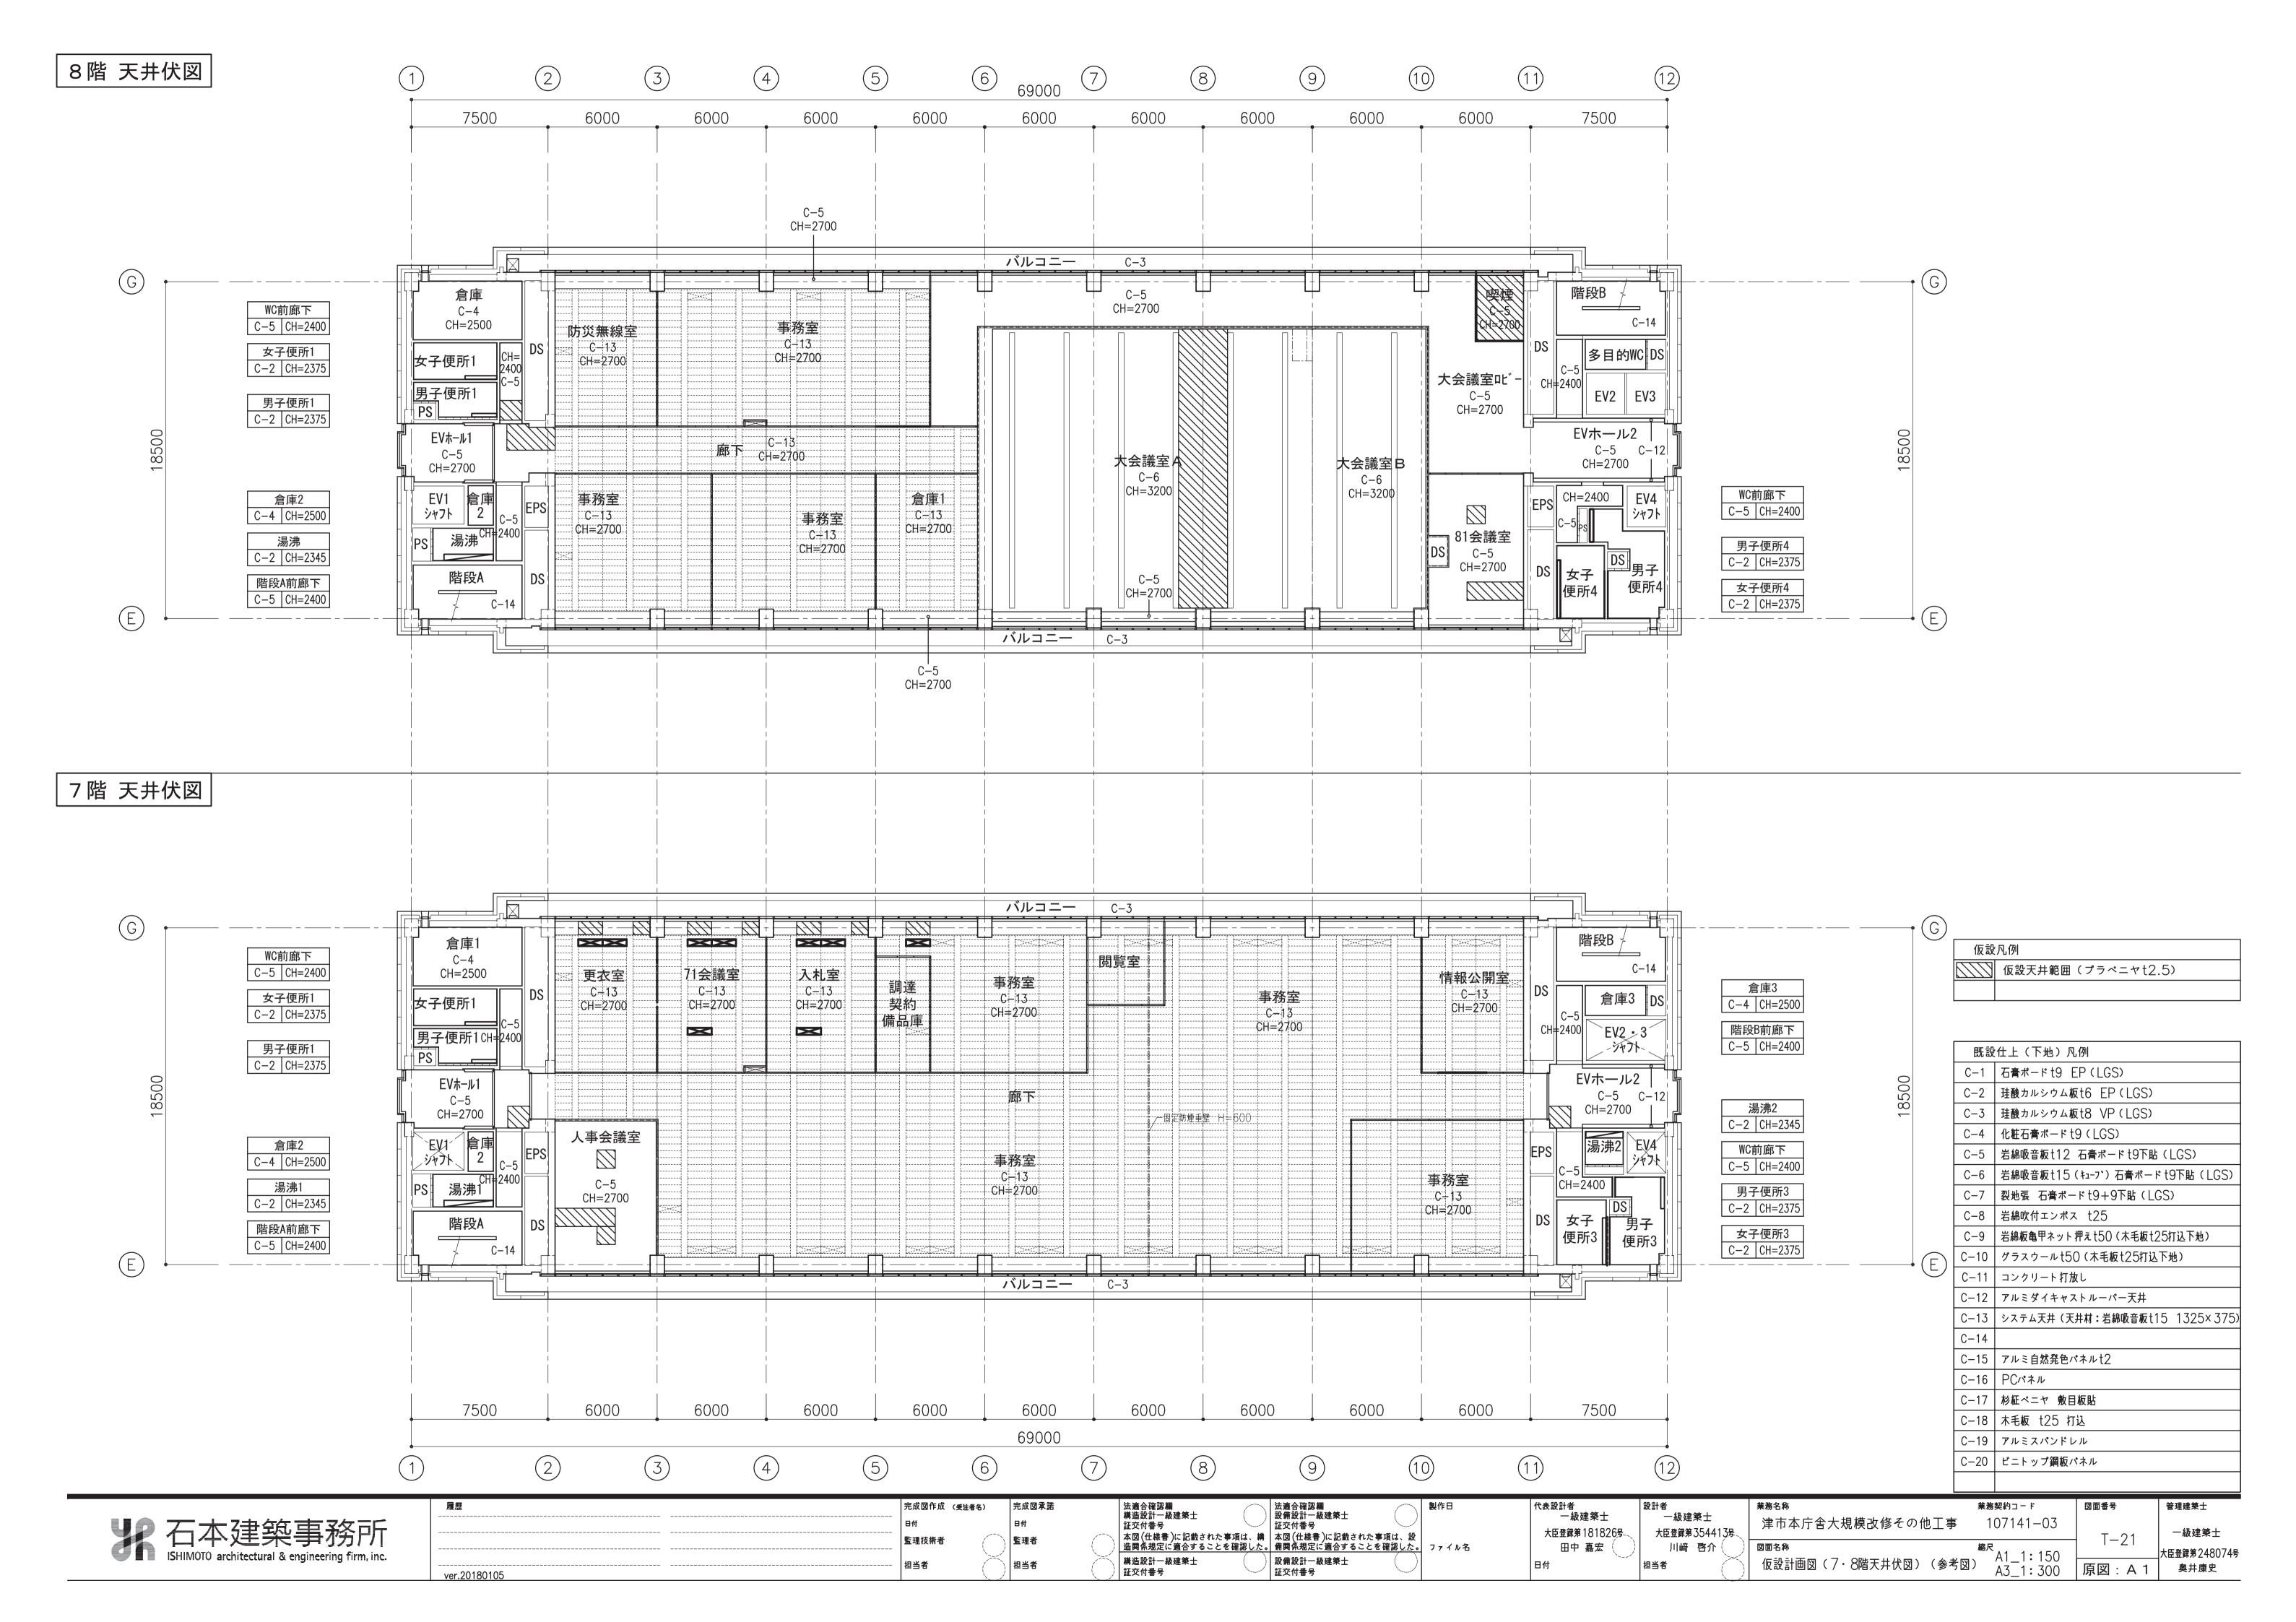

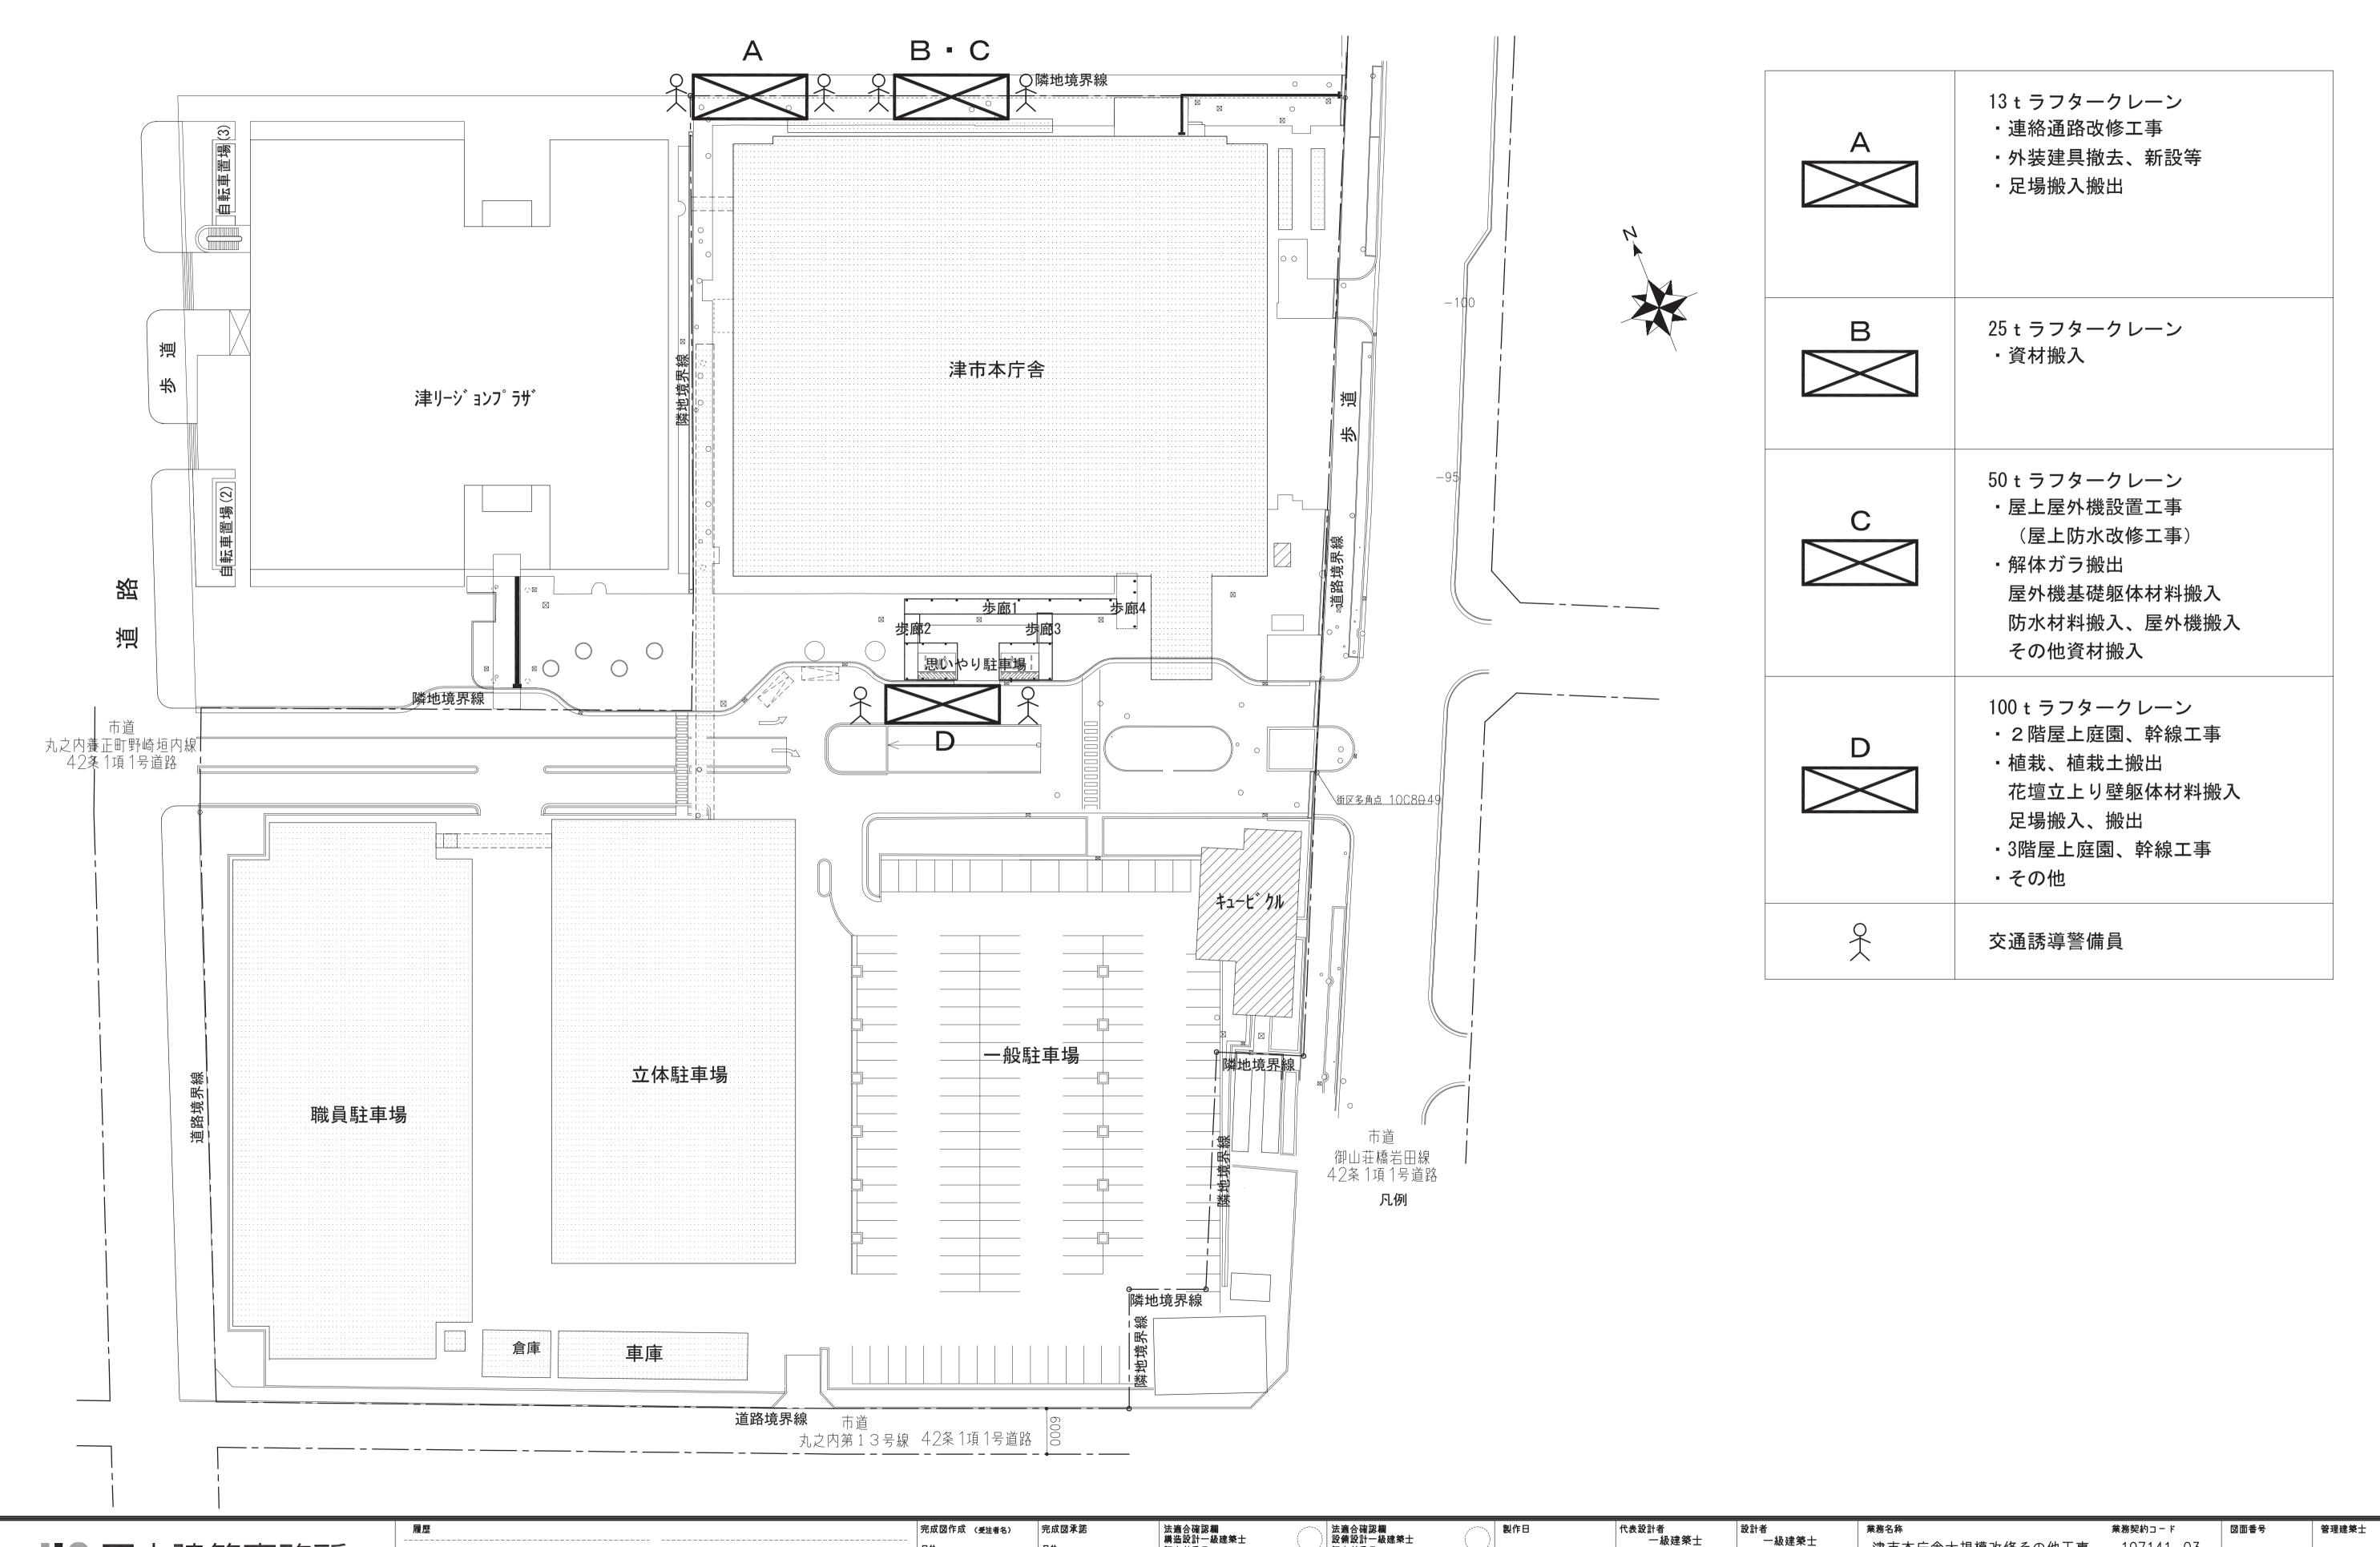

石本建築事務所 ISHIMOTO architectural & engineering firm, inc.

ver.20180105

 日付
 日付

 監理技術者
 監理者

 ---- 担当者

法適合確認欄 構造設計 ― 級建築士 証交付番号 本図(仕様書)に記載された事項は、構 造関係規定に適合することを確認した。 構造設計 ― 級建築士 証交付番号 お関係規定に適合することを確認した。 構造設計 ― 級建築士 証交付番号 代表設計者
一級建築士
大臣登録第181826号
田中 嘉宏

日付


出当者

記計者
一級建築士
大臣登録第354413号
川崎 啓介
担当者


 107141-03
 T-22
 一級建築士


 大臣登録第248074号


 京図: A 1
 原図: A 1
 奥井康史

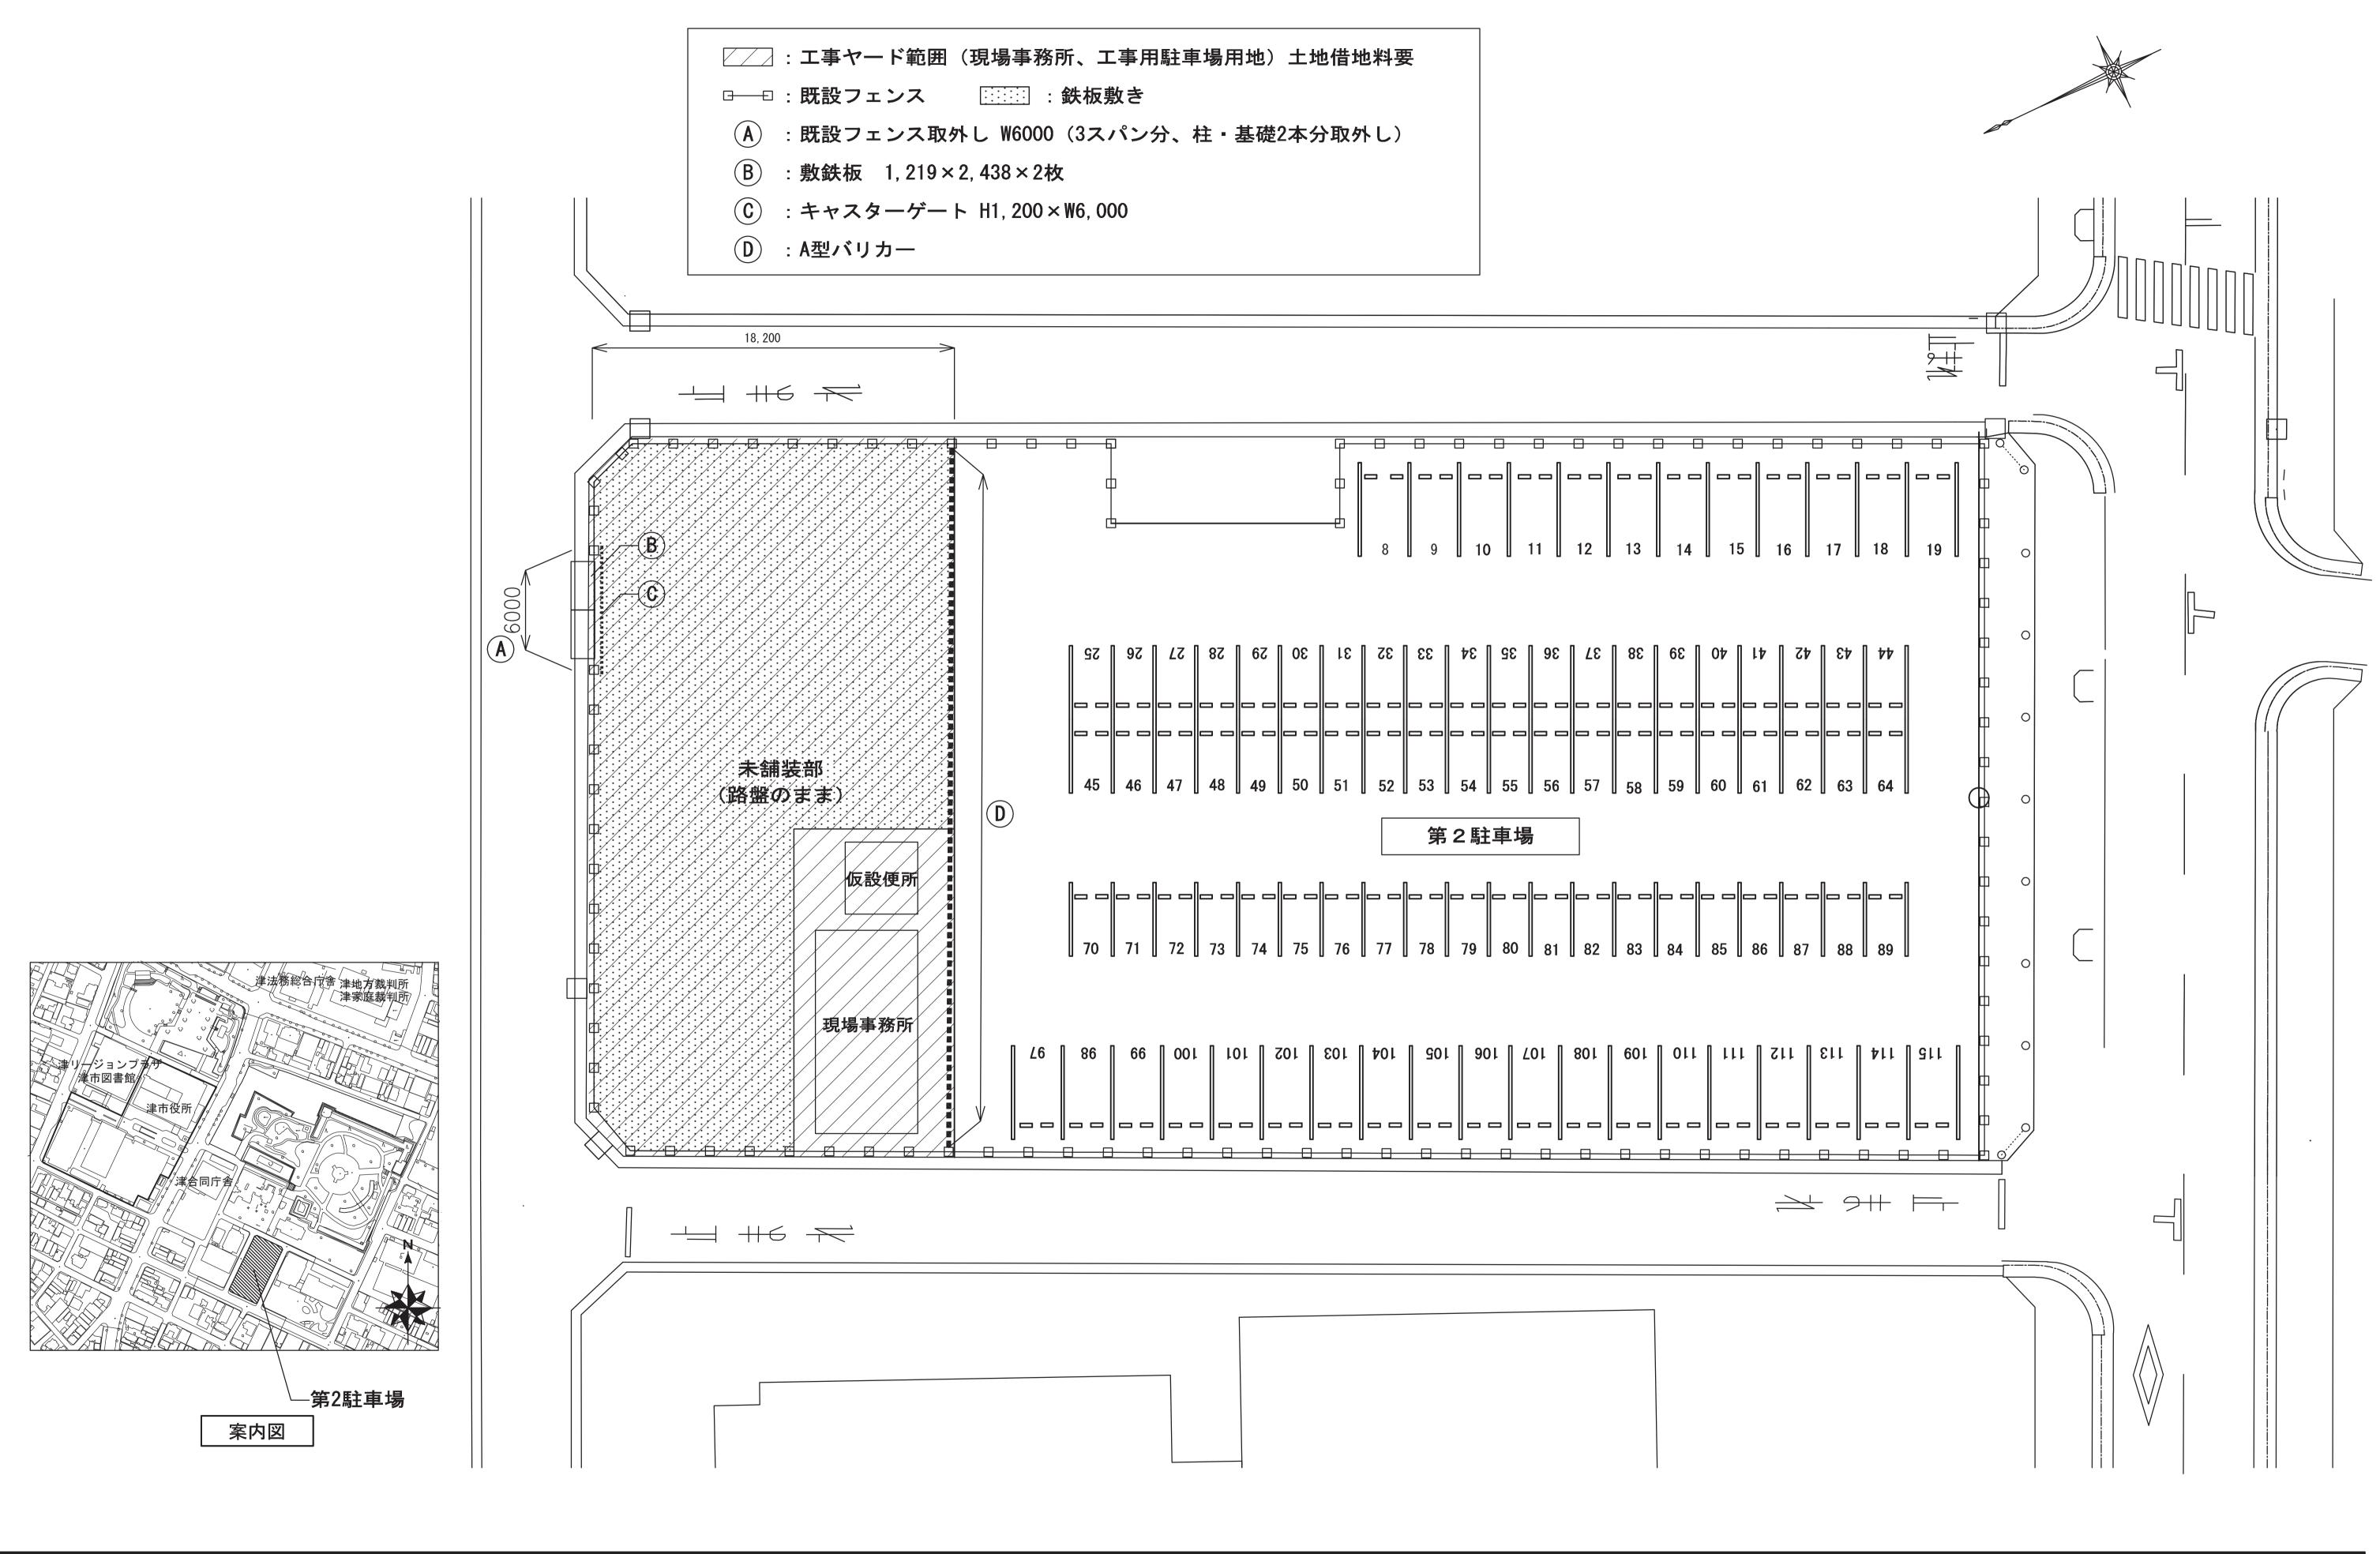

法適合確認欄 構造設計一級建築士 証交付番号 完成図作成 (受注者名) 法適合確認欄 設備設計一級建築士 業務契約コード 図面番号 管理建築士 一級建築士 一級建築士 津市本庁舎大規模改修その他工事 107141-03 大臣登録第181826号-大臣登録第354413号 一級建築士 監理技術者 田中 嘉宏 川崎 啓介 **卡臣登録第248074号** 構造設計一級建築士 設備設計一級建築士 仮設計画図(第2駐車場)(参考図) 証交付番号 ver.20180105

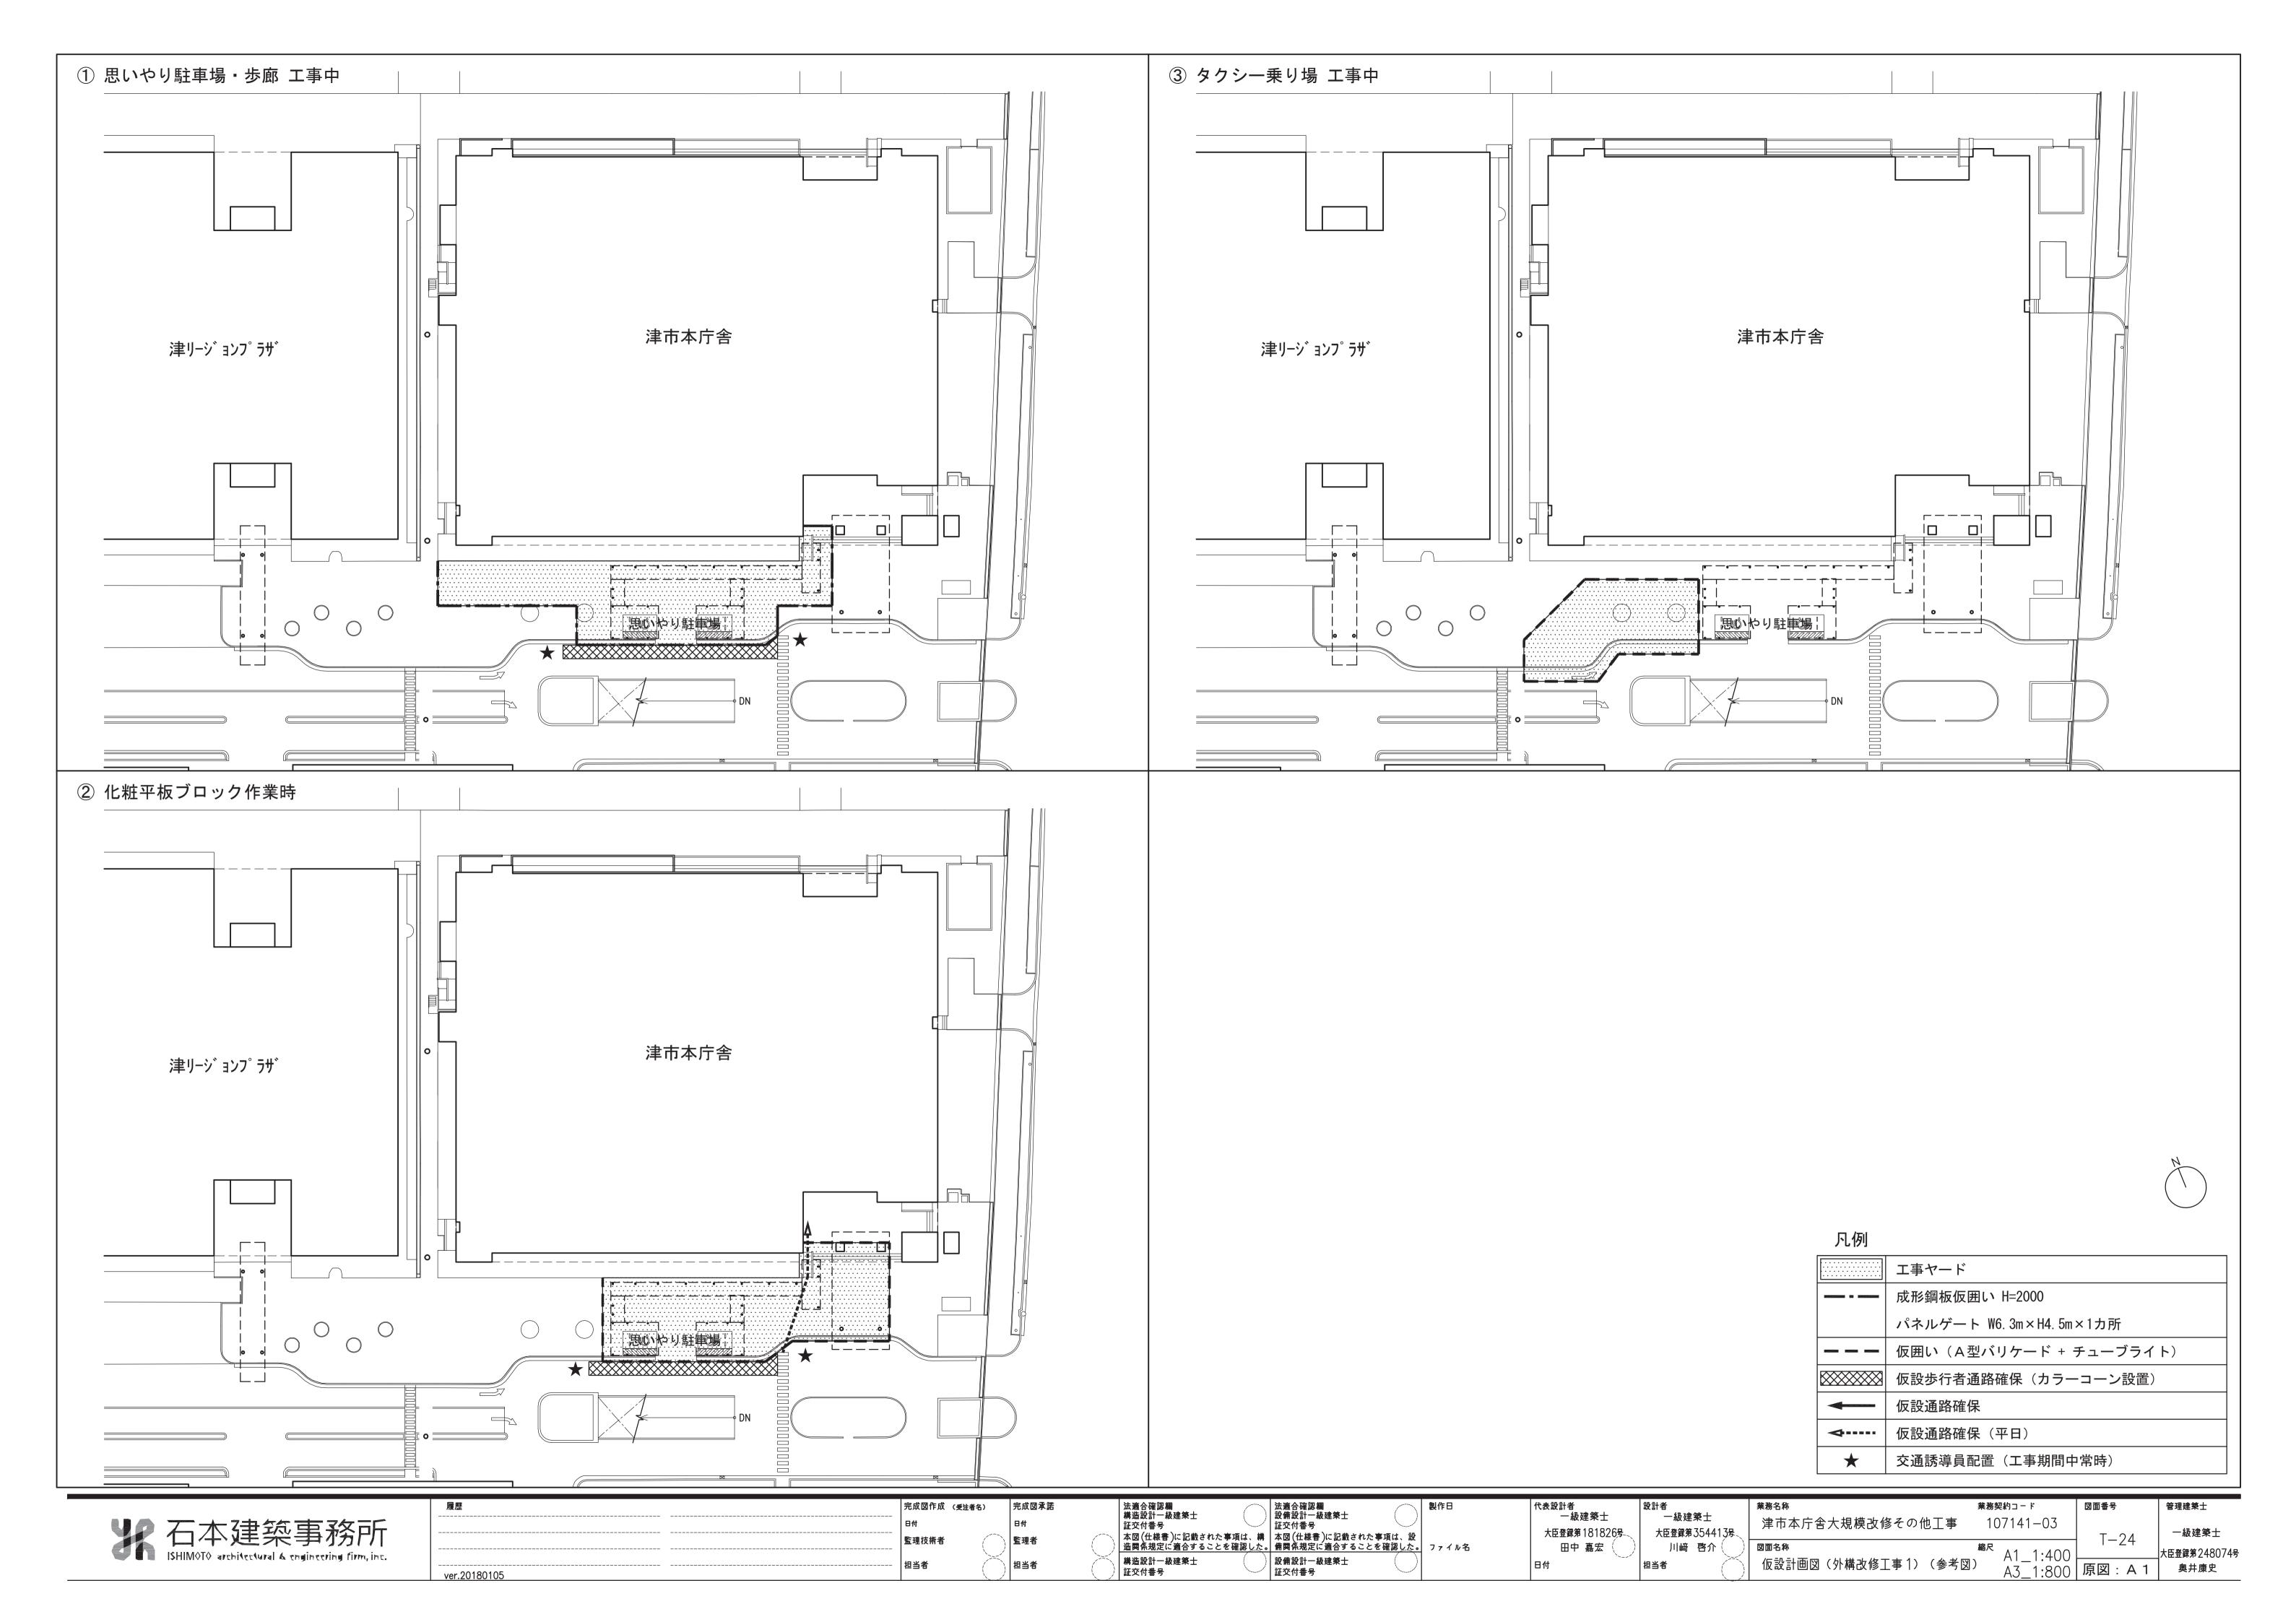

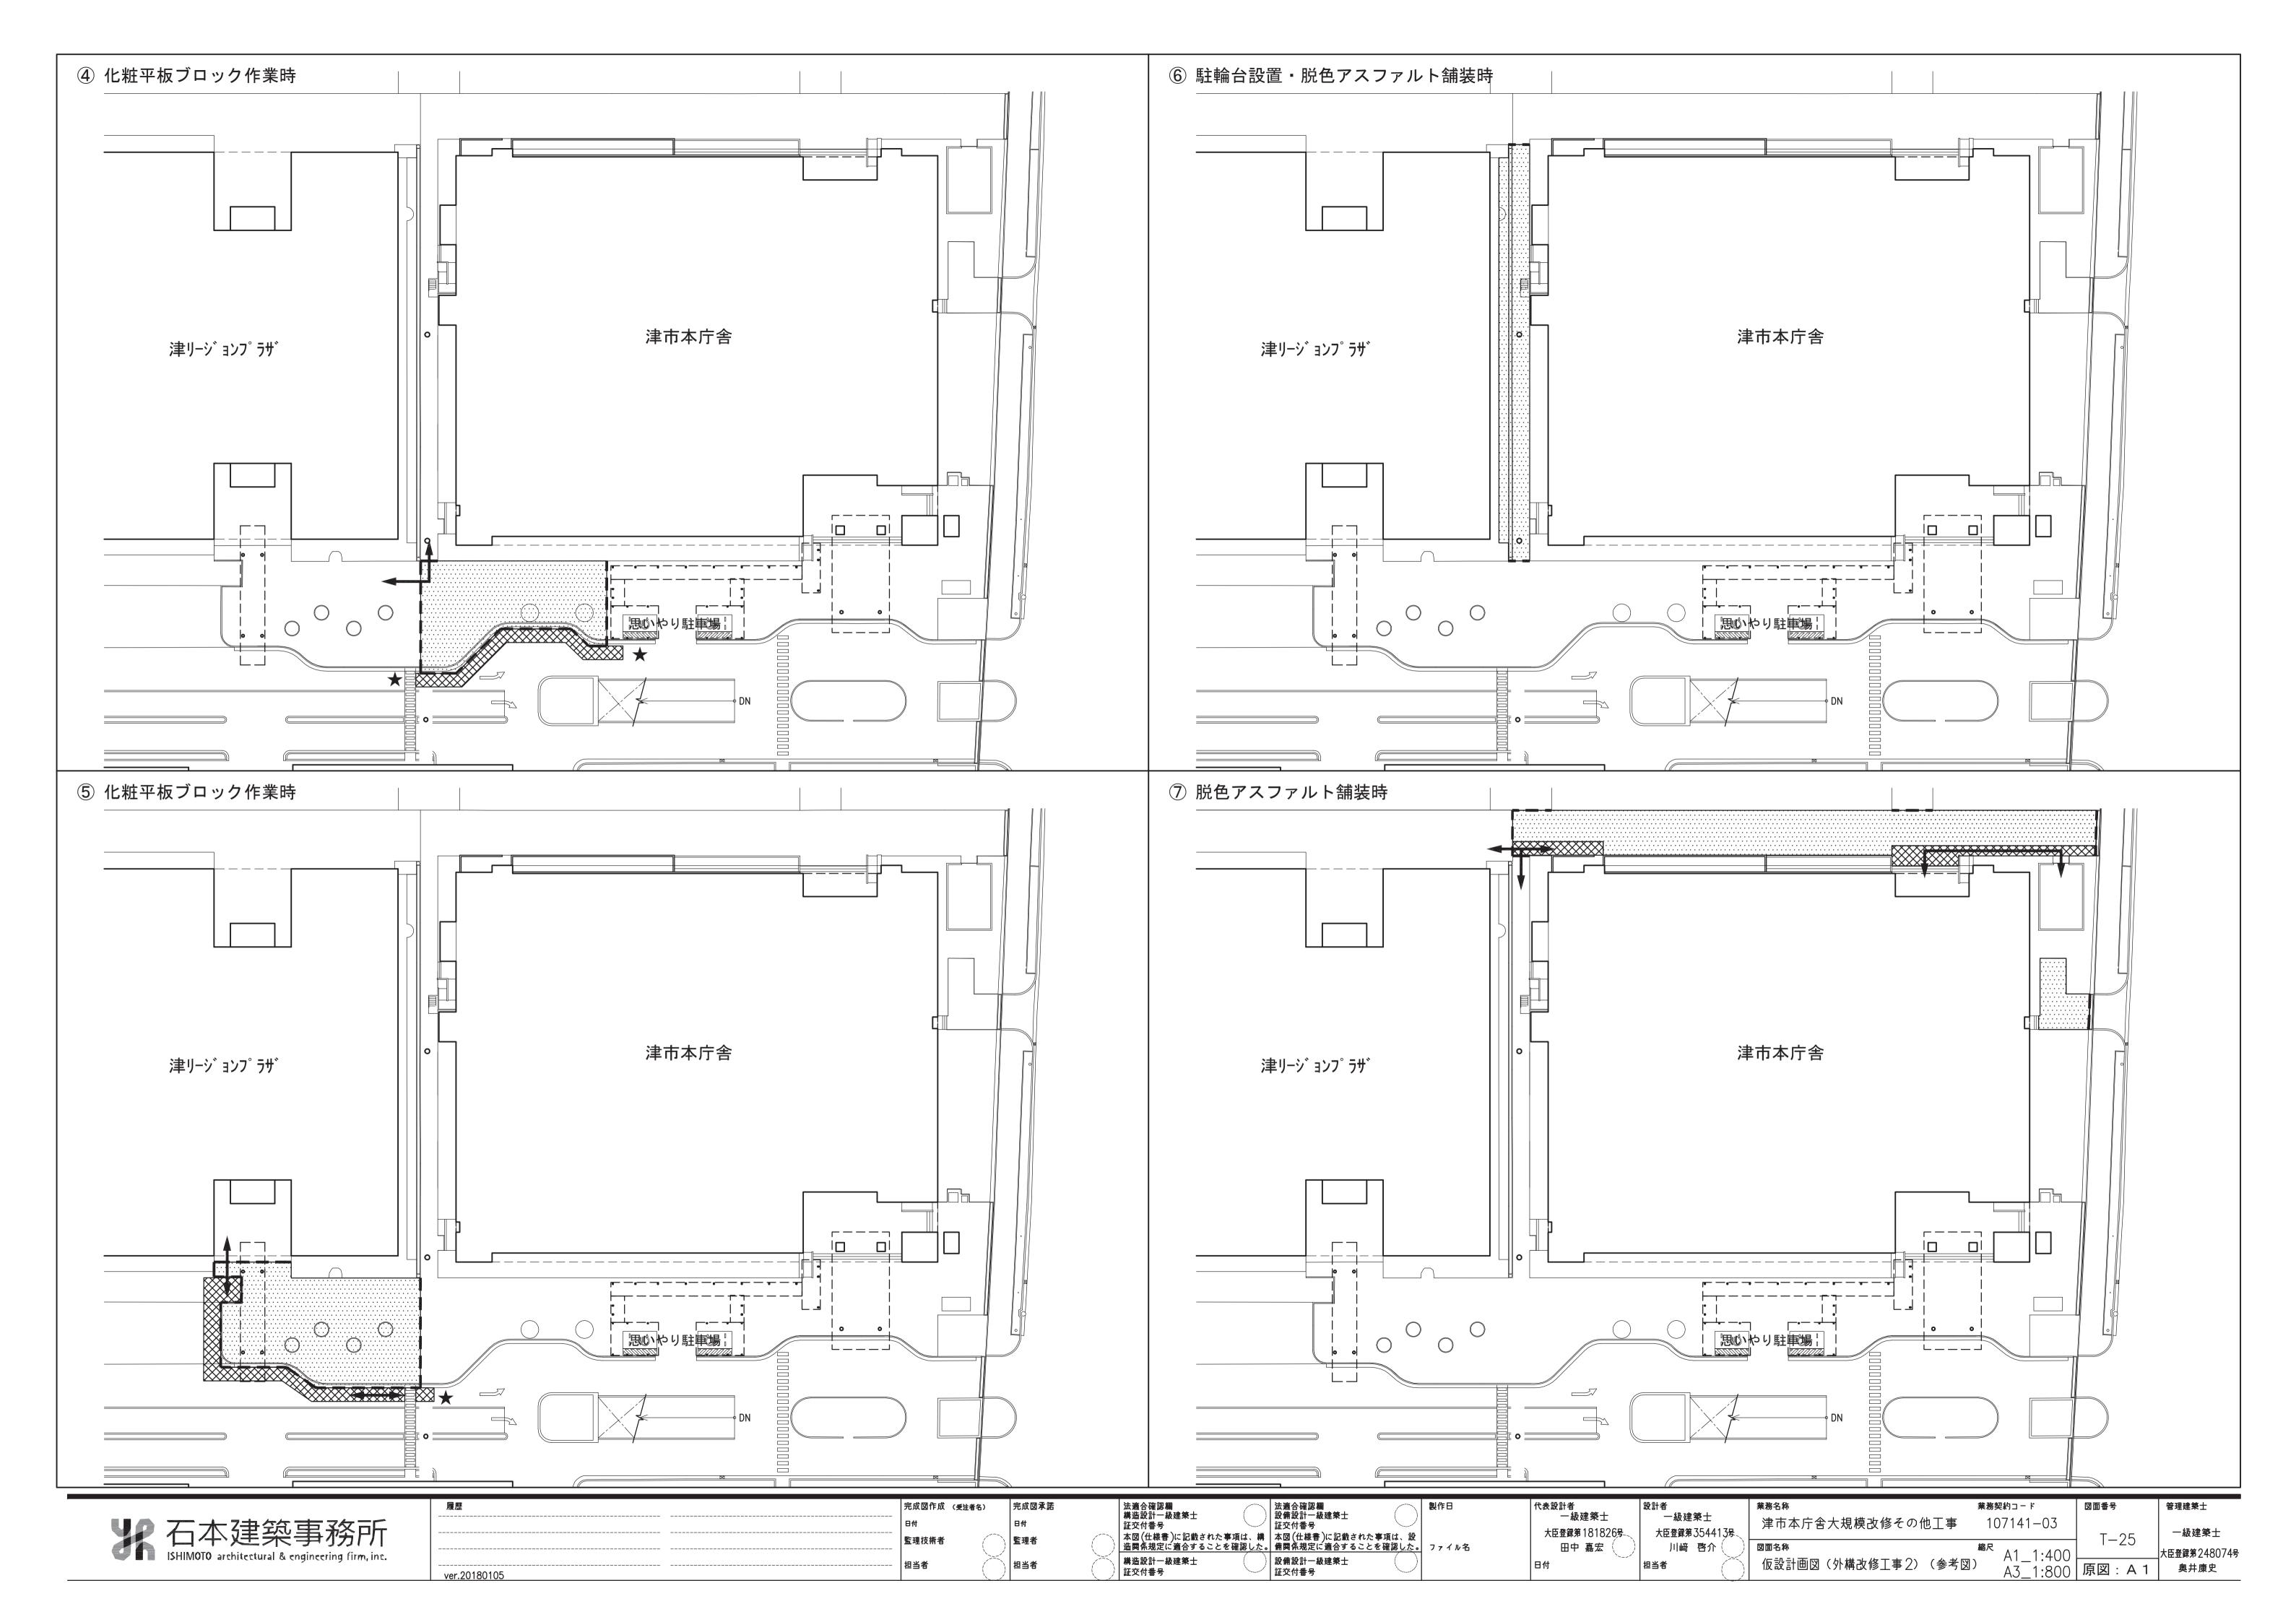

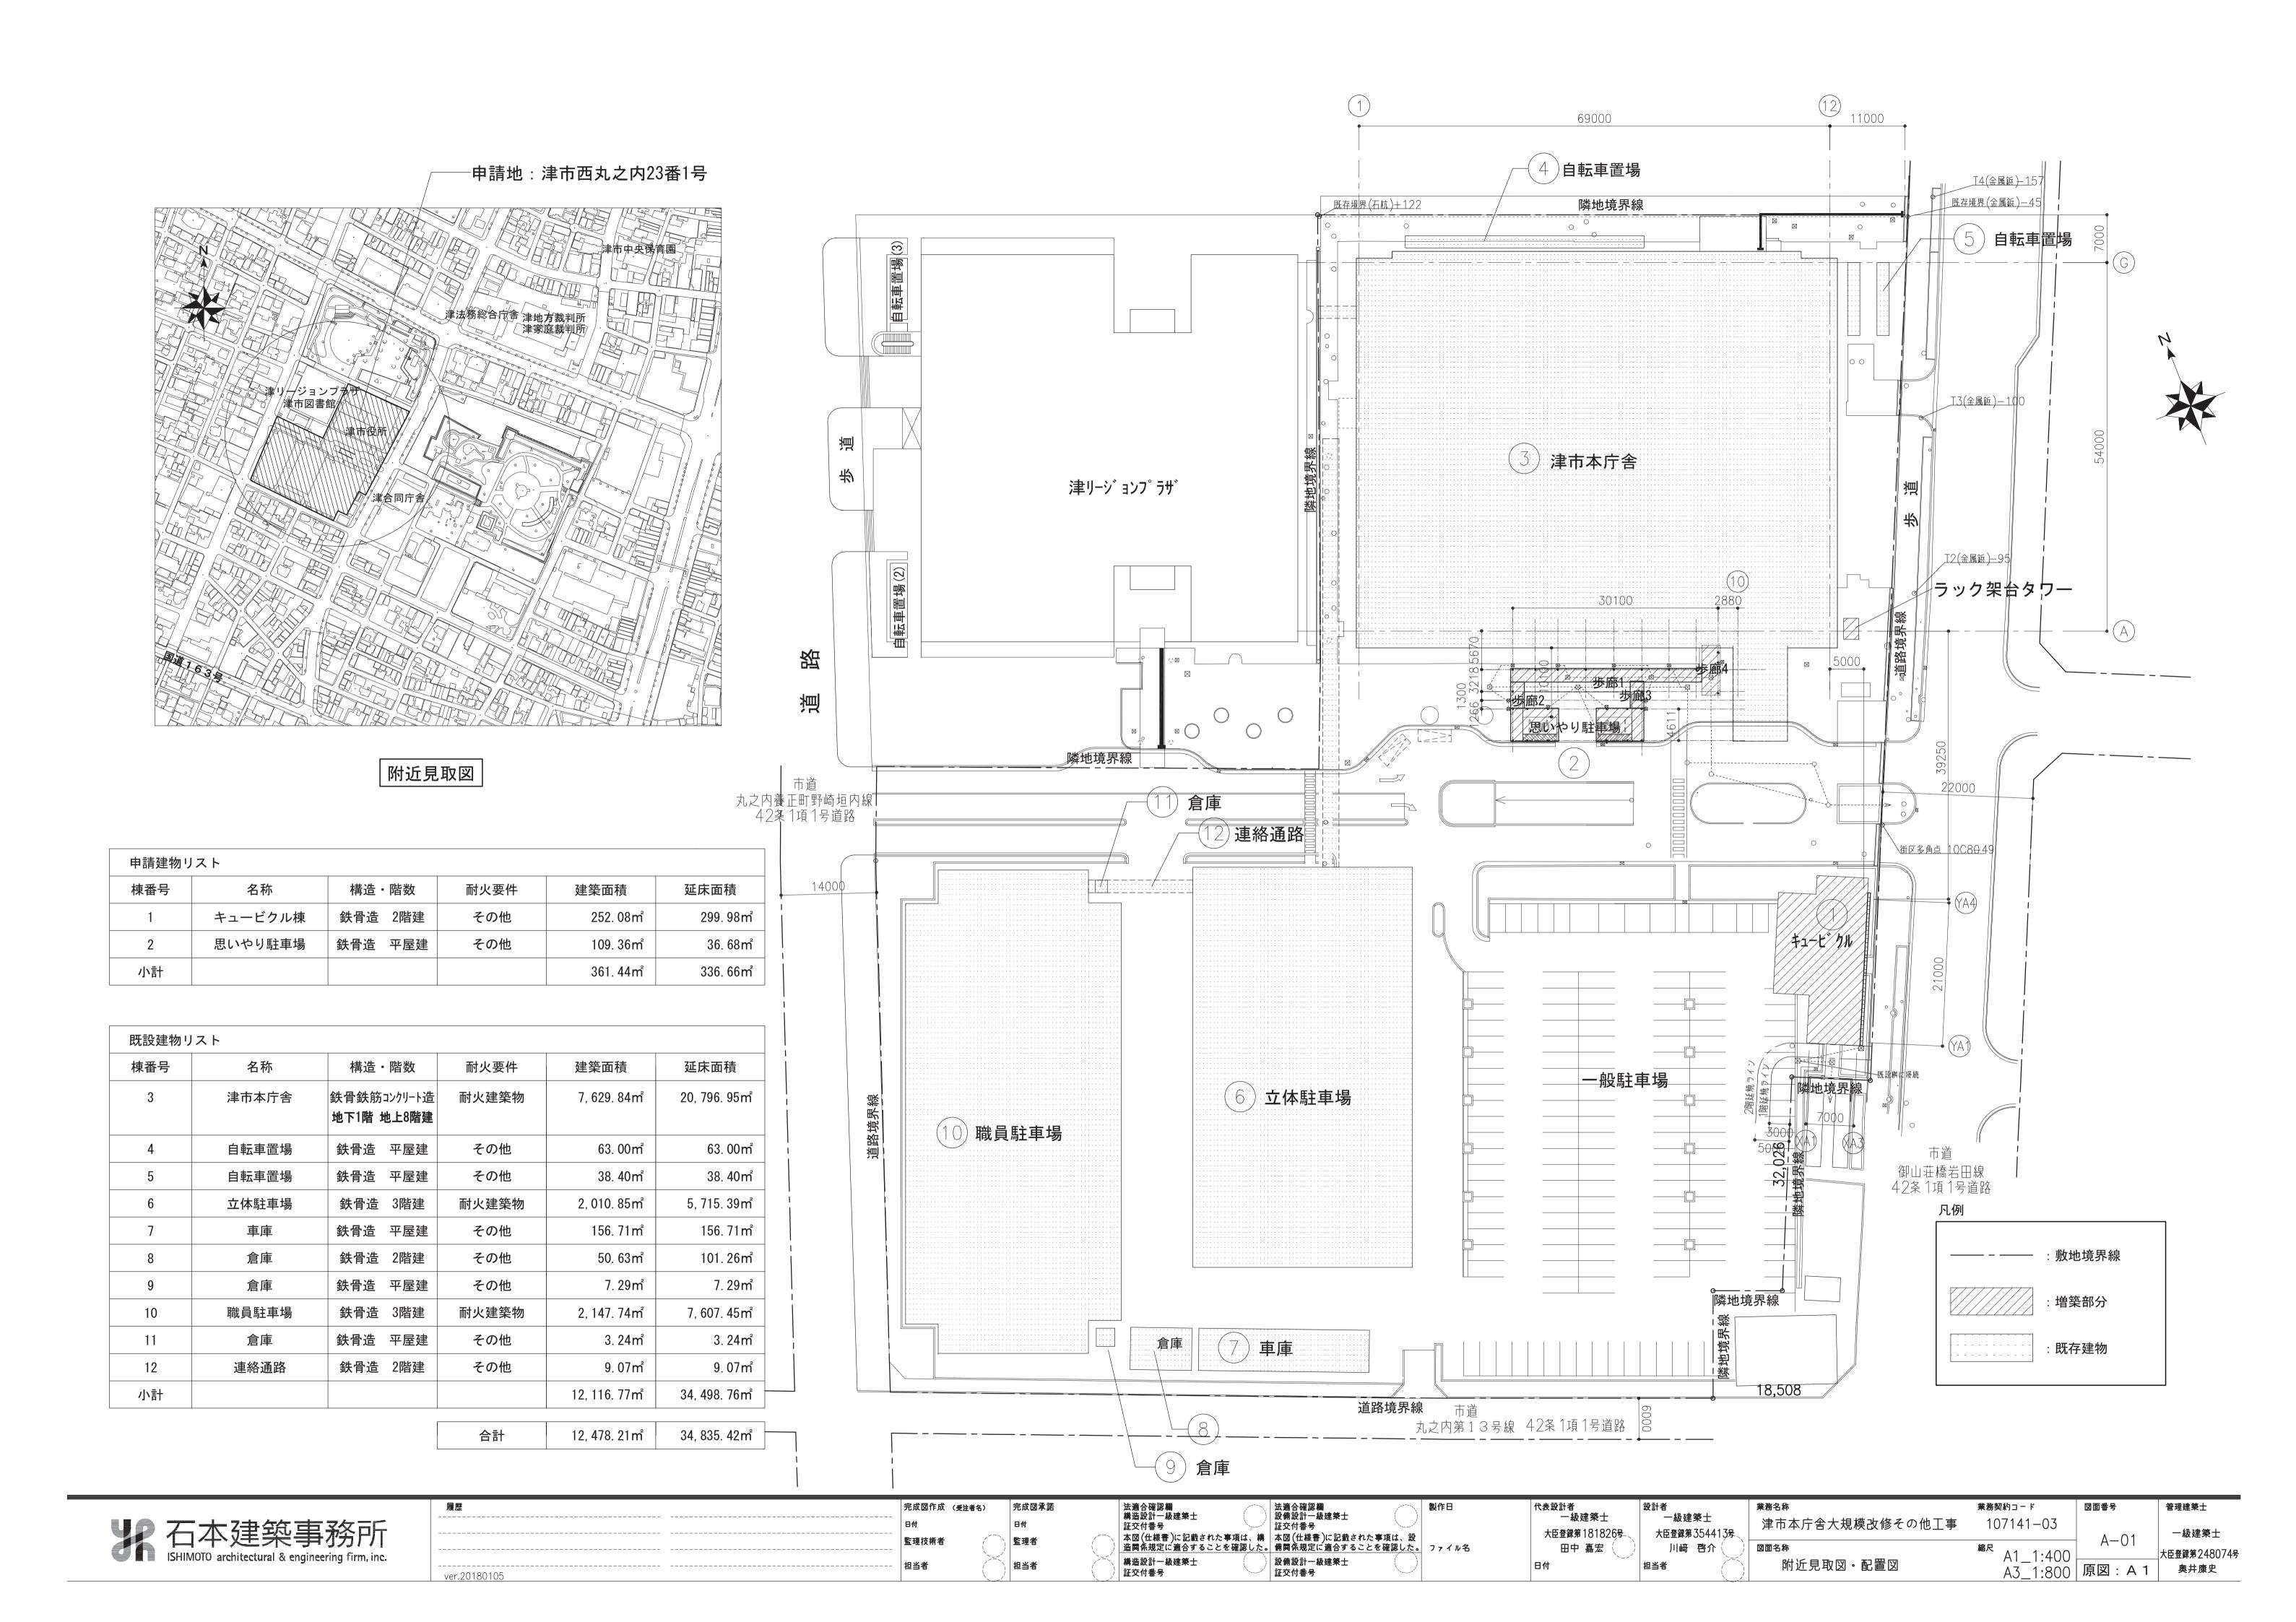

 :主に使用される記号・略号を下記に示す。	【躯体工事】
	・特記無きコンクリート打放は、外壁増打 t25、内壁 t10とし、表面のケレン及びモルタル補修を行う。また型枠緊結金物はコーン状とし、既製セメント系充填用コーンを充填する。
	・打放部分の見えがかり出隅は面取とする。
	【防水工事】
	・屋外において異なる材料の取合部分 及び ショイント部分には、すべて シーリング (仕様書9.6.2)を 充填する。
	- 脱気装置は、1ヵ所/50m ² とする。
 · 幅表示の頭記号 W	【金属工事】
- Had you you had been seen a seen	・屋外の鋼製部分は、特記無き限り溶融亜鉛メッキの上 指定の仕上を行うものとする。
	・異なる床仕上材の取合い部分には、ステンレス目地棒を取付ける。
- Bean t ・ 奥行 D	・異なる金属が取合う部分で電食のおそれがある場合は、防触処理を行う。
	「美なる 並属が取らり能力 と电長のお とれがめる 場合は、防風処理を 11 フ。 【左官工事】
	・CB及びALC下地のモルタル塗はコンクリート下地モルタル塗との取合部分にt10の隠し目地を設ける。隠し目地は、シーリング材充填の上無収縮モルタルにて平滑に仕上げる
· 縮尺 S= 1:* * *	・外部の既設吹付部に仕上塗材を新設する場合には、高圧洗浄を行ない、必要に応じて下地調整を行うこと。
・天井高さ(平均天井高さ) CH 	・既設床ビニルタイル・ビニルシート撤去は、接着剤をケレンで撤去する。撤去ができない場合は、薄塗調整塗材で平滑にする。
	は、エルエの冷水は、は気傷を閉りって、リートである。
2.記号・略号の室名・材料名等を下記に示す。 	・壁面、天井面の塗装は、特記無き限りローラー仕上とする。
・ダクトスペース DS (ダクト配管を行う) 	・内部の既設吹付 又は 塗装部に 仕上塗材 又は 塗装を新設する場合には、既設塗膜の状況を確認し、
・エアーダクト AD (躯体ダクト)	下地面との密着が十分でない場合は、既存塗膜を除去すること。
電気配管スペース EPS	・既設SDメラミン焼付塗装面再塗装は、下地処理として研磨紙ずりを行い、下塗:変性エポキシ樹脂プライマー、上塗:DP(ウレタン系)とする。
パイプスペース PS	・既設SD塩ビ亜鉛鋼板面再塗装は、DP(ウレタン系)とする。
・排煙ダクトスペース SMD	【内装工事】
エレベーター ELV	・内装材料は、F-☆☆☆☆ものを使用する。
	・耐火 又は 遮音が必要な間仕切は、下地 及び ボードを スラブ 又は 梁下端まで立上げ、躯体等取合部は気密を目的とした専用処理を 行う。
	・耐火 又は 遮音が必要な間仕切に設ける設備類の貫通部処理は、壁同等の所要性能を確保する。(設備工事)
ユニットバス UB	・クロス下地の石膏ボード及び繊維混入珪酸カルシウム板は、ジョイント部分をパテ等で段差の生じないように仕上げる。
掃除用流しSK	・塗装下地の石膏ボードの下地処理は、継目処理工法とする。
ルーフドレイン RD	・石膏ボード張りの出隅は、専用コーナー金物で補強すること。入隅コーナー部分は、コーナーテープ補強の上 パテ処理を行う。
エキスパンションジョイント EXPJ	・床のビニルタイル、ビニルシート、ゴムタイル等は、竣工引渡し時に再度樹脂ワックス仕上を行う。
プレキャストコンクリート PC	・ビニル床シートは全て溶接工法とする。
コンクリートブロック CB	・異種材料が同一平面で仕上がる場合には、伸縮調整目地を設ける。(壁:石膏ボード面と左官面、新設壁面と既設壁面等)
軽量気泡コンクリートパネル ALC	上記目地は 特記が無い場合でも、床は ステンレス目地棒(金属工事)とし、壁・天井は 塩ビ目地棒を使用するものとする。
押出成形セメント板 ECP	・既設の仕上のないモルタル面・ボード面に塗装、ビニルクロスを新設する場合の下地調整は、塗装とビニルクロスを新設する場合と同じ下地調整を行う。
・配管用亜鉛メッキ鋼管 SGP	・天井下地は軽鉄下地から撤去・新設を行う。
・硬質塩化ビニル管 VP	・既設軽鉄間仕切壁に 開口を設ける場合、開口補強を施すこと。
構造用鋼管 STK	・床施工に先立ち、床レベルの測定を行い、3mにつき3mm以上の不陸がある場合には、下地レベル調整を行った上で仕上げを行う。
フラットバー FB	・既設天井にスチールパーティションを新設する場合は、天井LGS下地に取付補強を行う。
スチール St	・仕上表 法規制等の欄に「不燃」表示のある石膏ボードは 不燃認定品とする。
・プレート(鋼板) PL	・システム天井を改修する天井には、仮天井として GB-Rt9.5 を設ける。
ステンレススチール SUS	【その他】
アルミニウム AL	- コンクリート壁、モルタル壁、コンクリートブロック壁を撤去する場合は、壁の両面にカッター入を行い、取合い面はモルタル補修を行う。
	・雑壁等コンクリート撤去に際しては構造躯体を傷めないよう充分留意し、スラフ・下部は100程度残して撤去する。


防火材料一覧表			各	種記号凡例				
•石膏ボードt9.5	(GB-R t9.5)	QM-9828	SOP	合成樹脂調合ペイント	MEB	アミノアルキト゛樹脂(メラミン)エナメル焼付	С	コンクリート木コテ押え
•石膏ボードt12.5	(GB-R t12.5)	NM-8612	CL	クリヤラッカー	AEB	アクリル樹脂エナメル焼付	C⊐テ	コンクリート金コ゛テ押え
・不燃積層石膏ボードt9.5	(GB-NC)	NM-0441	FE	フタル酸樹脂エナメル	FCC	フッ素樹脂カラークリヤー	C44	コンクリート型枠外しのまま
・普通硬質石膏ボード	(GB-R-H)	NM-9645	NAD	アクリル樹脂系非水分散形塗料			C打放	コンクリート打放し(1)普通型枠
・シーシ゛ング、石膏ボード	(GB-S)	QM-9826	DP	耐候性塗料 (IH 2-FUE)			C化粧	コンクリート打放し(2)打放し型枠
・不燃シージング石膏ボード	(不GB-S)	NM-9639	EP-G	つや有合成樹脂エマルションペイント			C塗装	コンクリート打放し(2)打放し塗装型枠
・繊維強化石膏ボード	(GB-F)	NM-8615	EP	合成樹脂エマルションへ。イント			М	モルタル木コテ下地
・化粧石膏ボード	(GB-D)	QM-9824	EP-T	合成樹脂エマルション模様塗料			М コテ	モルタル金ゴテ下地
・不燃化粧石膏ボード	(不GB-D)	NM-0441	uc	ウレタン樹脂ワニス			LGS	軽量鉄骨壁下地
・不燃化粧石膏ボード(木目)	(不GB-DW)	QM-9827	os	オイルステイン			СВ	コンクリートブロック
・吸音用あなあき石膏ボード	(GB-P)	QM-9827						
・ケイ酸カルシウム板	(K)	NM-8578	and .	火及び遮音材料等指定リ	フト			
・有孔ケイ酸カルシウム板	(AK)		, EMI	人及ひ题自物种等相足》	<u> </u>			
・ロックウール化粧吸音板	(DR)	NM-8599						
・塗料(塗料塗装/不燃材料)		NM-8585	【遮音』	達】 SW -GB-R t9.5(下	張)+GB-	-S t12.5(上張) 両面張 GW t50 24kg/m	i 充填	
•複層模様吹付材		QM-9812						
・複層模様吹付材(不燃)		NM-8572						
・ ロックウール吹付		NM-8601						
・ク゛ラスウール	(GW)	NM-8605						
・木毛セメント板		QM-9701						
・木毛パーライトセメント板(不燃)		NM-234~237						
・ヒ゛ニルクロス	不燃認定品							
※ 壁装材料の認定番号は指定メー	 -カーによる			-				

	表示名	標準仕様・寸法等	材料名		表示名	標準仕様・寸法等	材料名		表示名	標準仕様・寸法等	材料名
	<既設>				<新設>				<新設>		
床	ビ゛ニルタイルt2	硬質	田島:Pタイル	床	ヒ゛ニル床タイルA	t2	サンケ`ツ:コンホ [°] シ`ション	雑	流し台・作業台・吊	克戸棚	LIXIL: GSシリース゛
	コ゛ムタイルt3		田島		ヒ゛ニル床タイルB	t2.5	サンケ`ツ : ナチュール		汚垂石	薄型	TOTO:ハイドロセラ・フロアPレ
	ビニル床シートt2		ABC商会:アームストロング		ビニル床シートA	t2	サンケ`ツ:エスリュームミスト		ユニットシャワー		TOTO: JSV0812L
			東洋リノリウム	***************************************	ビニル床シートB	t2	サンケ`ツ: ストロンク゛	***************************************	US枠	カイダーへ゛-	- -スボードエ業:ユニットバス枠
 市木	ヒ゛ニル		田島:ソ가巾木		シ゛ュータン	t10(2F議員控室)	サンケ`ツ:サンエレカ`ンス		WC鏡	カ゛ラス鏡t5.0	
	堅木CL	白ラワン OSCL			シ゛ュータン	t12(3F議場)	サンケ`ツ:サンヒ`クトリア			SUS枠:t1.5曲げか	ロエSUS304 HL 見付W20
	堅木練付				シ゛ュータン	t10(4F廊下2)	サンケ`ツ : サンエレカ`ンス		コーナーカ゛ート゛	L=2000、ボンド固定	ナカ工業:セフティコーナーSFT
壁	100角半磁器質タイル貼		伊奈製陶			(4F待合叱ー)			(市民ホール)		ナカ工業:ハイステップ [°] U
	ヒ゛ニルクロス		サンケッ、岡沢、リバコー		御影石	黒御影石t30 J&P仕上			段鼻ノンスリップ	(議場)	ナカ工業:ハイステップ°U
	 			壁	クロス	•	サンケ`ツ:FAITH		議場発言台		コトブキ: AD-10HK(c)
天井	岩綿吸音板t12		日東紡:一般用平板		メラミン不燃化粧板		アイカ : セラールt3		ナットカハ゛ー	丸	- 井産業:ボルトカバー ワンタッチ
	化粧石膏ボードt9		千代田:プラストーン		吹付タイル	複層仕上塗材E	エスケー化研:ルナラック				
	システム天井		松下		乾式軽量ふかし壁		三洋工業:UL壁工法				
	アルミハ [°] ネル		日軽アルミ								
				天井	クロス		サンゲツ: 織物クロス(不燃)				

 外部仕	ト 表 ※ 特記なきは既設のまま		
2L db JT	<u> </u>	※ 建具は建具	表による。
部位	仕 上・仕 様 【改修前】	部位	仕 上・仕 様 【改修後】
屋外機置場	屋根: 軽量コンクリート金コデオカえt70、伸縮目地 W=20 @3000 【一部 撤去】	── 屋外機置場 ──	屋根: 露出改質アスファルト防水 【一部新設】
(高層棟R階)	養生モルタルt20、アスファルト防水層(PC-520) 【一部 撤去】	(高層棟R階)	軽量コンクリート金コ゛テ押えt70、伸縮目地 W=20 @3000
	コンクリート直押え(スラブ勾配 1/100)		養生モルタルt20、アスファルト防水層 【一部新設】
			軽量コンクリート床 【一部新設】
	排水溝: 防水モルタル金コデナ仕上 【一部 撤去】		排水溝: 屋根と同じ
	以下は屋根と同じ		
	ルーフト・レイン: 200 φ -4カ所 【一部 改修】		改修ループ・レイン: 200 φ 用−2カ所 【新設】
	パラヘット立上り壁: コンクリートブロック積の上防水モルタル塗 【一部撤去】		パラヘット立上り壁: 露出改質アスファルト防水立上げ 【一部新設】
			立上り壁 【新設】
	設備機械基礎: RC(9-10通間) 【撤去】		設備機械基礎: RC(8-10通間) 【新設】
	3−7通間は既設のまま 		
	手摺: スチールパイプ製、コンクリート基礎 【一部 撤去】(6-10通間)		手摺: スチールパ・イプ・製、コンクリート基礎 【一部新設】(6-10通間)
	東側コンクリート階段 【撤去】		踏段(U字溝240) 【新設】
	外周外壁: PCパネル 柱・梁型:		
外壁	砕石(40~20φ)打込PCパネル、目地:ポリサルファイト、系コーキング		
	一部 コンクリート打放し 化粧目地切 シリコン吹付 及び アクリルリシン吹付		
	高層棟 西面カーテンウォール廻り【シール 撤去】		高層棟 西面カーテンウォール廻り【シール 新設】
 北玄関	床: 御影石貼 階段:御影石貼	北玄関	
10 Z X	スロープ床: 御影石貼 【撤去】	1020	
	スロープ・立上天端: 御影石貼 【撤去】		スロープ・立上天端: 御影石貼 【新設】
			手摺
	軒天: アルミ自然発色パネルt2【一部 取外し】		#天: アルミ自然発色パ [°] ネルt2【一部 再取付】
 南玄関	床: 御影石貼 階段:御影石貼	 南玄関	床: 視覚障害者誘導用ステンレス鋲 【新設】
	スロープ床: 御影石貼 【撤去】		スロープ 床: ノンスリップ タイル 【新設】
	スロープ立上天端: 御影石貼 【撤去】		スロープ立上天端: 御影石貼 【新設】
	外壁・柱型: 砕石打込PCパネル		手摺 【新設】
	軒天: L'ニトップ鋼板パネル		
	砕石打込PCパネル		
連絡通路		連絡通路	
	軒天: アルミハ・ネル		
屋上庭園	床:コンクリート直押え、アスファルト防水層(PC-520)、軽量コンクリートt80~130	—————————————————————————————————————	
	レンガタイル貼 目地切@3000、エラスタイト伸縮目地 W=25		
	排水溝:防水モルタル金コデナ仕上、溶接金網 100目 3.3 φ、豆砂利敷 t50		
	ルーフト レイン: 100 <i>φ</i> -8カ所		
	立上り:レンガタイル貼 花壇笠木:レンガ小端立		RC立上り壁 【新設】
	植栽: 低木、客土 【一部 撤去・高圧洗浄】		植栽: 低木、客土 【一部 新設】
屋上庭園•	防鳥ネット【一部撤去】【一部取外し】	屋上庭園・	防鳥ネット【一部新設】【一部開口加工の上 再取付】
光庭 上部		光庭 上部	
		00000000	
		10000000000	
		1	

石本建築事務所 ISHIMOTO architectural & engineering firm, inc.
--

履歷	完成図作成	(受注者名)
	日付	
	監理技術者	
	担当者	\\
ver.20180105	担3名	

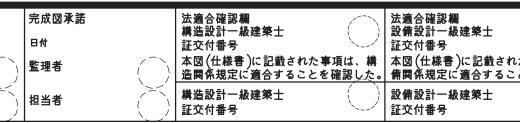

	製作日	代表設計者 一級建築士	設計者 一級建築士
された事項は、設 ことを確認した。	ファイル名	大臣登録第181826号 日中 嘉宏	大臣登録第354413号 川崎 啓介(
		日付	担当者

業務名称	業務契約コード	図面番号	管理建築士
津市本庁舎大規模改修その他工事	107141-03	A-02	一級建築:
図面名称	縮尺	/ \ \ \ \ \ \ \ \ \ \ \ \ \ \ \ \ \ \ \	 大臣登録第248
仕上表 1 (仕上特記・外部仕上表)	_	原図:A 1	奥井康史

内部仕上表【改修前】		殳は仕上レヘブル 殳は構造躯体レヘブル	【撤去】【		なきは既設のまま 】:撤去あり ま	ЖFC: 7 7			※廊下	高は床仕上面 からの高さを示す。 等は、主に改修部分について示す。	内部	《仕上表【改修後】 ·	【既設】:	一部新訂			ルタル 修 : モルタル面 補		※主に改修(新設)部分の仕. ※法規制等:不燃は内装制限				
階室名	法規制 等 レヘ [*] ル	床 下地 仕上	巾木	下地	<u>壁</u> 仕上	- 廻縁	下地	天 井 仕上	天井高	備 考		室名	法規制_	レベル	下地	<u>床</u> 仕上	巾木	下地	<u>壁</u> 仕上	- 廻縁	天 井 下地 仕上	天井高	備考
■【高層棟】【議会棟】											•	【高層棟】【議会棟】											
B1 中央制御室	0 -30	M30 ビ=ルタイルt2	ヒ [*] ニル 60	RC+M	EP	塩ピ	LGS [一部撤去]	岩綿吸音板t12 (PBt9下貼) 【一部撤去】	2,500	【撤去】 中央監視盤(設備工事) 【既設】カーテンホ゛ックス	B1	01会議室		0 -30	E	既設のまま	ビニル 60 【一部新設】		EP (GB-Rt9.5+t12.5下貼) 【新設】	塩ビ	LGS 岩綿吸音板t12 【新設】 (GB-Rt9.5下貼) 【新設】	2,500	【新設】 カーテンホックス:SOP再塗装
B1 警備員詰所 踏込	0 -30	M30 ビニルタイルt2 【撤去】	60	RC+M CB+M 【撤去】	流し台前:100角タイル貼	塩ビ	LGS 【撤去】	珪酸カルシウム板t6 EP 【撤去】	2,300	【撤去】流し台、吊戸棚、洗面化粧台 ユニットバス(入口側CB壁共) 【既設】化粧鏡 取外し・再取付	B1	警備員詰所 踏込		0 N		ビニル床シートB 【新設】	ビニル 60 【新設】	LGS	EP【再塗装】 EP(GB-Rt9.5+t12.5下貼)【新設】 流し台前:メラミン不燃化粧板【新設】	塩ビ	LGS ケイカル板t6 EP 【新設】 【新設】	2,300	【新設】流し台・吊戸棚 L=1200 洗面化粧台 L=1500 ユニットシャワー0812、US枠
B1 廊下1	0 -30	M30 ピニルタイルt2 【一部撤去】	ピニル	RC+M 【一部撤去】	EP	塩ピー部撤去】	【一部撤去】	岩綿吸音板t12 (PBt9下貼) 【一部撤去】		【撤去】	B1	廊下1				ビニル床タイルA 【一部新設】	ビニル 60 【一部新設】	LGS 【新設】	EP(GB-Rt9.5+t12.5下貼)【新設】 撤去跡補修 EP【一部再塗装】	塩ヒ	LGS 岩綿吸音板t12 [-部新設] (GB-Rt9.5下貼) 【一部新設】	2,400	【新設】
81 廊下2	0 -30	M30 ピニルタイルt2 【一部撤去】		RC+M [一部撤去]	1	塩ヒ、		岩綿吸音板t12 (PBt9下貼) 【一部撤去】	2,400	【撤去】	B1	廊下2				ビニル床タイルA 【一部新設】	じニル 60 【一部新設】		撤去跡補修 EP【一部再塗装】	塩ヒ、	LGS 岩綿吸音板t12 [-部新設] (GB-Rt9.5下貼) 【一部新設】	2,400	【新設】
81 廊下3	0	M30 ビニルタイルt2 【一部撤去】		RC+M	EP	塩Ľ 塩L		岩綿吸音板t12 (PBt9下貼)	2,400	【撤去】	B1	廊下3		0 1		ビニル床タイルA 【一部新設】	ピニル 60		撤去跡補修 EP【一部再塗装】	塩ビ	LGS 岩綿吸音板t12 [-部新設] (GB-Rt9.5下貼)	2,400	【新設】
81 更衣室	0	M30 ビニルタイルt2 【一部撤去】	60	RC+M [一部撤去]	1	塩ヒ・塩	LGS	【一部撤去】 化粧石膏ボードt9	2,500		B1	男子更衣室		0	E	既設のまま	【一部新設】 ビニル 60		撤去跡補修 EP【一部再塗装】	【既設】	【一部新設】 既設のまま	2,500	【新設】化粧鏡·化粧棚×2再取作
_	-30		【一部撤去】							【既設】化粧鏡·化粧棚×2 【撤去】	B1	女子更衣室				ビニル床タイルA 【一部新設】	【一部新設】 ビニル 60		撤去跡補修 EP【一部再塗装】	【既設】	既設のまま	2,500	
B1 第1書庫	0	M30 ピニルタイルt2 【一部撤去】	60	RC+M 【一部撤去】	1	上 塩ビ	【一部撤去】	化粧石膏ボードt9 【一部撤去】	2,500	【撤去】可動書架・レール(一部)	B1	第1書庫		0	Į Į	既設のまま	【一部新設】 ビニル 60	LGS 【新設】	(GB-Rt9.5+t12.5下貼)	塩ビ	LGS GB-Dt9.5 [一部新設]	2,500	【既設】化粧鏡·化粧棚×2 【新設】
_	-30		【一部撤去】			【一部撤去】				【撤去】	B1	03会議室	不燃	-30 N	1	ビニル床シートA 【新設】 レール撤去跡補修	【一部新設】 ビニル 60 【新設】	RC+M LGS	【新設】 EP【再塗装】 EP(GB-NCt9.5+GB-Rt12.5下貼) 【新設】	塩ピー部新設】	LGS 岩綿吸音板t12 【新設】 (GB-NCt9.5下貼) 【新設】	2,500	【新設】
-										【撤去】	B1	倉庫			M補修 l	ti=ル床タイルA 【新設】 レール撤去跡補修	ピニル 60	RC+M LGS	EP【一部再塗装】 EP(GB-Rt9.5+t12.5下貼)	塩ビ	LGS GB-Dt9.5 [一部新設]	2,500	【新設】
B1 喫茶室	0 -30	M30 ビニル床シートt2 嵩上コン 【撤去】 【撤去】	ビニル 60 【撤去】		ビニルクロス 【撤去】	塩ビ	【撤去】	岩綿吸音板t12 (PBt9下貼) 【撤去】	2,650	【撤去】二重床 FL+180	B1	02会議室	不燃	0 -30	M t	E ^ニ ル床シートA 【新設】		下地調整	ビニルクロス	塩ť	LGS 岩綿吸音板t12 【新設】 【新設】	2,650	【新設】スチールパ [°] ーティション カーテンホ゛ックス:SOP再塗装
31 喫茶厨房	+150	軽コン 磁器モザイクタイル貼 アス防 【撤去】 【撤去】		RC+M	ピニルクロス 一部 小口タイル貼 【撤去】	塩ビ	LGS	珪酸カルシウム板t6 EP	2,500	【撤去】カウンター、吊戸棚	_						¥177 HA			1771 HA			【新設】
B1 喫煙室	0 -30	M30 ビニル床シートt2 【撤去】		RC+M	ビニルクロス 【撤去】	塩ť	【撤去】	岩綿吸音板t12 (PBt9下貼) 【撤去】	2,650	【撤去】	_												【新設】
B1 食堂	0 -30	M30 ビニル床シートt2 【一部撤去】		RC+M	ビニルクロス 【一部撤去】 PBt12+9 ビニルクロス	塩ヒ、塩ヒ、	LGS [一部撤去]	岩綿吸音板t12	2,650	【撤去】 手洗カウンター	B1	食堂		0 N		ビニル床シートA 【一部新設】	【既設】	下地調整	メデン不燃化粧板 【一部新設】	塩ピ	LGS 岩綿吸音板t12 [- ^{部新} 設] (GB-Rt9.5下貼) 【一部新設】	2,650	【新設】手洗カウンター 壁見切
B1 薬剤噴霧機械室	-30	M30 ピニルタイルt2	ピニル 60	RC+M CB		塩ビ	1	化粧石膏ボードt9		【撤去】	B1	薬剤噴霧機械室		0 -30	E	既設のまま	【既設】		既設のまま		LGS GB-Dt9.5 【新設】	2,400	【新設】
B1 受水槽室		嵩上コン モルタル金ゴテ	モルタル 200	1	モルタルt25 VP(H<2000) GW不燃ネット押えt50		RC	GW不燃ネット押えt50 (木毛板t25打込下地)	直天	【撤去】	B1	受水槽室		-1750 -2000	E	既設のまま	【既設】		既設のまま	【既設】	既設のまま	直天	【新設】機械基礎: クラック補修
B1 夜間出入口(前室)	0 -30	M30 ピニルタイルt2	ピニル 60	RC+M	EP	塩ヒ	【一部撤去】	岩綿吸音板t12 (PBt9下貼) 【一部撤去】		【撤去】	B1	夜間出入口(前室)		0 -30	E	既設のまま	【既設】		既設のまま	塩ピ	LGS 岩綿吸音板t12 [-部新設] (GB-Rt9.5下貼) 【一部新設】	2,400	【新設】
B1 警備員詰所	0 -30	M30 ビ=ルタイルt2	ピニル 60	RC+M	EP	塩ピー部撤去】	LGS	岩綿吸音板t12	2,400	【撤去】	B1	警備員詰所		0 -30	E	既設のまま	【既設】		既設のまま	塩ヒ	LGS 岩綿吸音板t12 [-部新設] (GB-Rt9.5下貼) 【一部新設】	2,400	【新設】
B1 文書配送室	0 -30	M30 ピニルタイルt2	ヒ [*] ニル 60	RC+M	EP	塩ヒ		岩綿吸音板t12 (PBt9下貼) 【一部撤去】	2,600	【撤去】	B1	文書配送室		0 -30	E	既設のまま	【既設】		既設のまま	塩ピ	LGS 岩綿吸音板t12 [-部新設] (GB-Rt9.5下貼) 【一部新設】	2,600	【新設】
B1 第2書庫	0 -30	M30 L*=\n\9\1\n\t2	ピ [*] ニル 60	RC+M LGS	EP	塩ピ	【一部撤去】	化粧石膏ボードt9 【一部撤去】	2,500	【撤去】	B1	第2書庫		0 -30	Ē	既設のまま	【既設】		既設のまま	塩ビ	LGS GB-Dt9.5 [一部新設]	2,500	【新設】
B1 休憩室	0 -30	M30 L*=\n\9\1\n\t2	ピ [*] ニル 60	RC+M LGS	EP	塩ピ		岩綿吸音板t12 (PBt9下貼) 【一部撤去】	2,500	【撤去】	B1	休憩室		0 -30	Ē	既設のまま	【既設】		既設のまま	塩ヒ゛	LGS 岩綿吸音板t12 [-部新設] (GB-Rt9.5下貼) 【一部新設】	2,500	【新設】
B1 倉庫5	0 -30	M30 ピニル床シートt2	ピ [*] ニル 60	RC+M LGS	EP	塩ピ	1	化粧石膏ボードt9	2,400	【撤去】	B1	倉庫5		0 -30	E	既設のまま	【既設】		既設のまま	塩ヒ゛	LGS GB-Dt9.5 [一部新設]	2,400	【新設】
31 ポンプ室	0 -30	M30 モルタル金コ・テ	M VP 200	RC+M LGS	VP 珪酸カルシウム板t6 VP	塩ヒ	【一部撤去】	化粧石膏ボードt9 【一部撤去】	2,400	【撤去】	B1	ポンプ室		0 -30	Ē	既設のまま	【既設】		既設のまま	塩ヒ [*]	LGS GB-Dt9.5 [一部新設]	2,400	【新設】
B1 和室 収納庫		木床組 ナラフローリング張	堅木CL 60	RC+M 木	EP	塩ヒ [*]	【一部撤去】	珪酸カルシウム板t6 EP 【一部撤去】	2,420	【撤去】	B1	和室 収納庫		+140 -30	Į.	既設のまま	【既設】		既設のまま	塩ピ	LGS ケイカル板t6 EP [一部新設]	2,420	【新設】
B1 和室	ļ	木床組 畳敷	置寄	RC+M 木	ジュラクサテン吹付	木製 [一部撤去]		杉柾ベニヤ敷目板貼【一部撤去】	2,400	【撤去】	B1	和室		+150	Ē	既設のまま	【既設】		既設のまま	米桧練付 40×40 [一部新設]	木 杉柾ベニャ敷目板貼 [一部新設]	2,400	【新設】
B1 職員組合事務局	<u> </u>	M30 ピニルタイルt2	ピュル 60	RC+M LGS	EP PBt12+9 EP	塩ť	1	岩綿吸音板t12 (PBt9下貼)		【撤去】	B1	職員組合事務局		0	E	既設のまま	【既設】		既設のまま	塩ビ	LGS 岩綿吸音板t12 [-部新設] (GB-Rt9.5下貼)	2,600	【新設】

構造設計一級建築士 証交付番号 本図(仕様書)に記載された事項は、構造関係規定に適合することを確認した。 構造設計一級建築士	法適合確認欄 設備設計一級建築士 証交付番号 本図(仕様書)に記載された事 備関係規定に適合することを 設備設計一級建築士 証交付番号
---	---

)	製作日	代表設計者 一級建築士	設計者 一級建築士	
		大臣登録第181826号	大臣登録第354413号	
)	ファイル名	田中嘉宏 () 日付	川崎 啓介 () 担当者	

業務名称	業務契約コード	図面番号	管理建築士
津市本庁舎大規模改修その他工事	107141-03	A-03	一級建築士
図面名称	縮尺	A-03	大臣登録第248074号
仕上表2 (内部仕上表1)	_	原図: A 1	奥井康史

内部仕上表【改修前】	※レベル欄:上段は仕上レベル 下段は構造躯体レベル	【撤去】【一	-部撤去】:撤去あり	※PB: 既設石膏ホ※FC: ファンコイル※システム天井・天宗		※廊下等	は床仕上面 からの高さを示す。は、主に改修部分について示す。	内部	『仕上表【改修後】	改修内容 【新設】【一部: 【既設】: 既設		補修:モルタル面補	修	※主に改修(新設)部分の仕	上を示す。	0		
谐 室 名	法規制床	中木	壁	迎縁 ———	天 井	天井高		階	室名	法規制	床	巾木		<u></u> 壁	- 廻縁	天 井	天井高	備考
T 1	等 レベル 下地 仕上		下地 仕上	下地	仕上	F 1			<u> </u>	等 レベル			下地			下地 仕上		
1 共済組合事務局	0 M30 ピニルタイルt2 -30	1 1	RC+M EP LGS PBt12+9 EP	1	岩綿吸音板t12 1(PBt9下貼) 【一部撤去】	2,600	敵去】 ────────────────────────────────────	B1	共済組合事務局	-30	既設のまま	【既設】		既設のまま	塩ヒ゛ 	LGS 岩綿吸音板t12 (GB-Rt9.5下貼) 【一部新設】	2,600	【新設】
厨房	-50 軽コン クリンカータイル アス防	-	RC+M 100角半磁器質ダイル貼	【一部撤去】	珪酸カルシウム板t6 EP 【一部撤去】	2,495	歌去】 	B1	厨房	-50	既設のまま	【既設】		既設のまま	塩ビ	LGS ケイカル板t6 EP [一部新設]	2,495	【新設】
厨房ゴミ置場	−250	モルタル 200	RC モルタル金コ・テ	1	珪酸カルシウム板t6 EP		既設】排水溝、カウンター、吊戸棚 散去】	B1	厨房ゴミ置場	-250 -50		【既設】		既設のまま	塩ヒ	LGS ケイカル板t6 EP 【新設】【新設】	2,400	【新設】
1 食品庫1	-250 0 M30 モルタル金コ・テ	モルタル	RC モルタル金ューテ	1	化粧石膏ボードt9 【撤去】		既設】排水溝、グリーストラップ [°] 敵去】	B1	食品庫1	-250 0	 	【既設】		既設のまま	【新設】 塩ビ	LGS GB-Dt9.5 【新設】【新設】	2,500	【新設】
	-30 -30	200	RC+M EP	【撤去】 塩t゛ LGS	化粧石膏ボードt9		散去】			-30 0	既設のまま	【既設】		既設のまま	【新設】 塩ビ	LGS GB-Dt9.5		【新設】
1 倉庫1・2・3	-30 -30	60	RC コンクリート打放し	【一部撤去】	は【一部撤去】 ・・・・・・・・・・・・・・・・・・・・・・・・・・・・・・・・・・・	2,500	散去】	B1	倉庫1・2・3	-30 -130~-7		【既設】		既設のまま	【一部新設】	[一部新設] 【一部新設】 LGS ケイカル板t6 EP	2,500	【新設】
1 駐車場	-250 his 1/4/11+2	-	СВ	[一部撤去]	天井裏: GWt50敷込 【一部撤去】		既設】排水溝、車止め	B1	駐車場	-250				既設のまま	【一部新設】	[一部新設] 天井裏: GWt50敷込 【一部新設】	2,650	
1 EVホール2	0 M30 ピニルタイルt2 -30	SUS 60	RC+M 吹付タイル CB	塩ビ LGS [一部撤去]	岩綿吸音板t12 i(PBt9下貼) 【一部撤去】	2,400		B1	EVホール2	-30	既設のまま	【既設】		成成のまま	塩ヒ゛ 【一部新設】	LGS 岩綿吸音板t12 [-部新設] (GB-Rt9.5下貼) 【一部新設】	2,400	【新設】
発電機室・屋内タンク	-1750 嵩上コン モルタル金ゴテ	モルタル 200	RC モルタルt25 EP(H<2000) GW不燃ネット押えt50 コンクリート打放し(屋内タンク)	- RC	GW不燃ネット押えt50 (木毛板t25打込下地) - (コンクリート打放し)	直天	散去】 既設】 ケーブルピット、小出槽∶防油堤、排水ピット	B1	倉庫	-1750 -2000		【既設】		既設のまま	-	既設のまま	直天	【新設】
-	0 M 御影石貼	御影石	RC 砕石打込PCパネル	- 100	岩綿吸音板t15		散去】天井端部アルミ見切	_		0	既設のまま	【既設】		既設のまま		特定天井 岩綿吸音板t15		【新設】 コーナーカ゛ート゛
市民ホール	-100 M 1呼 示シ 行 共口	1 1 1 1 1 1 1 1 1 1 1 1 1 1 1 1 1 1 1	RC HAII MECONAN	1 1	(PBt9下貼) 【撤去】	6,850		1	市民ホール	-100		【既設】		成設のよよ		LGS (GB-Rt9.5下貼) 【新設】【新設】	6,850	天井端部スチール見切
				アルミ LGS [一部撤去]	岩綿吸音板t12 1(PBt9下貼) 【一部撤去】	3,000	徹去】 スチールパーティション	-							アルミ	LGS 岩綿吸音板t12 (GB-Rt9.5下貼) 【一部新設】	3,000	【新設】喫煙室跡:床・ガラスクリーニンタ
風除室1	0 M 御影石貼	御影石 80	RC 砕石打込PCパネル	-	アルミハ°ネルt2 【取外し】	2,250	天井パネル: 上面・下面共 取外し	1	風除室1	-30	既設のまま	【既設】		既設のまま	_	アルミハ°ネルt2 【再取付】	2,250	天井パネル: 上面・下面共 再取
事務室1	0 M30 ピ=ルタイルt2	ピニル 60	RC+M EP LGS PBt12+9 EP	スチール LGS	システム天井【一部撤去】 岩綿吸音板t12(窓際部) 【一部撤去】	I I	散去】 スチールハ[°]ーティション	1	事務室1 [障がい福祉課]	0	既設のまま	【既設】		既設のまま	スチール	LGS システム天井【一部新設】 岩綿吸音板t12(窓際部) 【一部新設】		【新設】スチールパーティション システム天井点検口
相談室3	0 M30 ピニルタイルt2	1 1	RC+M EP LGS PBt12+9 EP	塩t LGS 【撤去】	岩綿吸音板t12 (PBt9下貼) 【撤去】	2,500	散去】 スチールハ [°] ーティション	1	相談室1	0	既設のまま	【既設】		既設のまま	塩ピー	LGS 岩綿吸音板t12 【新設】 (GB-Rt9.5下貼) 【新設】	2,500	【新設】 スチールハ [°] ーティション
	-30			[]	I III A I	C #		1	相談室2	0	既設のまま	【既設】		既設のまま	- 塩Ľ	LGS 岩綿吸音板t12 【新設】 (GB-Rt9.5下貼) 【新設】	2,500	【新設】 スチールハ [°] ーティション
相談室4	0 M30 ビ=ルタイルt2	ピュル 60	RC+M EP LGS PBt12+9 EP		岩綿吸音板t12 (PBt9下貼) 【撤去】	2,500	散去】 スチールハ°ーティション	1	相談室3	-30 0 -30	既設のまま	【既設】		既設のまま	塩ピー・・・・・・・・・・・・・・・・・・・・・・・・・・・・・・・・・・・・	LGS 岩綿吸音板t12 【新設】 (GB-Rt9.5下貼) 【新設】	2,500	【新設】 スチールハ [°] ーティション
-								1	相談室4	-30		【既設】		既設のまま	塩ビ	LGS 岩綿吸音板t12 【新設】 (GB-Rt9.5下貼) 【新設】	2,500	【新設】 スチールハ゜ーティション
湯沸2	0 M30 ビニルタイルt2 【撤去】	ビニル 60 【撤去】	LGS じニルクロス【撤去】 (PBt12+9下貼)【一部撤去】 流し台前:100角タイル貼【撤去】	【撤去】	珪酸カルシウム板t6 EP 【撤去】	2,345	_{散去】流し台・吊戸棚 L=1700} 作業台 L=900、SUS水切板	1	湯沸2	0 -30	M補修 ビニル床シートB 【新設】	ビニル 60 【新設】	【既設】	ピニルクロス【新設】 (PBt12+9下貼)【既設】 流し廻り:メラミン不燃化粧板【新設】	塩ピーニーニーニーニーニーニーニーニーニーニーニーニーニーニーニーニーニーニーニ	LGS ケイカル板t6 EP 【新設】 【新設】	2,345	【新設】流し台・吊戸棚 L=1800 作業台 L=600、SUS水切板 壁見切
湯沸3	0 M30 ピニルタイルt2 【撤去】			塩ビ LGS 【撤去】	珪酸カルシウム板t6 EP 【撤去】	2,345	散去】流し台・吊戸棚 L=1700 カーテンレール 取外し	1	湯沸3	0 -30	M補修 ビニル床シートB 【新設】	ビニル 60 【新設】	(11 0)	EP【再塗装】 タイル撤去跡:モルタル補修 流し廻り:メラミン不燃化粧板【新設】	塩ピ	LGS ケイカル板t6 EP 【新設】 【新設】	2,345	【新設】流し台·吊戸棚 L=1800
事務室2	0 M30 ピニルタイルt2		RC+M EP LGS PBt12+9 EP		システム天井【一部撤去】 岩綿吸音板t12(窓際部) 【一部撤去】		教去】	1	事務室2 [会計管理室]	0	既設のまま	【既設】		既設のまま	スチール			【新設】 スチールパ [°] ーティション
市内公金取扱所	0 M30 ビ=ルタイルt2	ピニル 60	RC+M EP LGS PBt12+9 EP	スチール LGS	システム天井【一部撤去】	2,700	散去】 ボカウンター	1	市内公金取扱所	0 -30	既設のまま	【既設】		既設のまま	スチール		2,700	【新設】 システム天井点検口
市内公金取扱所 前室	0 M30 ⊐°ムタイルt3	1 1	RC+M EP LGS PBt12+9 EP	1	岩綿吸音板t12 (PBt9下貼) 【撤去】	2,600	散去】	1	市内公金取扱所 前室	0	既設のまま	【既設】		既設のまま	アルミ	LGS 岩綿吸音板t12 【新設】 【新設】 【新設】	2,600	【新設】
待合ホール	0 M30 ゴムタイルt3	ピニル 60	RC+M EP	アルミ LGS	岩綿吸音板t12 (PBt9下貼) 【一部撤去】	2,600 【 1 3,000	· · · · · · -	1	待合ホール	0	既設のまま	【既設】		既設のまま	アルミ	LGS 岩綿吸音板t12 [-部新設] (GB-Rt9.5下貼)	2,600 3,000	【新設】
議会ホール	0 M 御影石貼	御影石	RC 大理石貼 (鉄骨下地組)		アルミダイキャストルーバー	3,000	散去】	1	議会ホール	0	既設のまま	【既設】		既設のまま	【既設】		3,000	【新設】議員出退表示盤取付下地 〈D-14〉
レセプト点検室廊下	-70 0 M30 L*ニルタイルt2 【一部撤去】	60	LGS PBt12.5+9.5 EP	【一部撤去】	岩綿吸音板t12 1(PBt9下貼)	2,700	散去】	1	レセプト点検室廊下		M補修 ビニル床タイルA 【一部新設】	【既設】		撤去跡補修 EP(GB-Rt12.5+t9.5下貼)	 塩ビ	LGS 岩綿吸音板t12 [-部新設] (GB-Rt9.5下貼)	2,700	【新設】 スチールハ [°] ーティション
レセプト点検室	-30	ピ [*] ニル 60	(一部撤去) 【一部撤去】 RC+M EP LGS PBt12.5+9.5 EP	 【一部撤去】	【一部撤去】 岩綿吸音板t12 1(PBt9下貼)	2,700	散去】	1	レセプト点検室	0	既設のまま	【既設】		既設のまま	塩ヒ	LGS 岩綿吸音板t12 [-部新設] (GB-Rt9.5下貼)	2,700	【新設】 スチールハ [°] ーティション
-	-30	【一部撤去】	[一部撤去] 【一部撤去】	【一部撤去】	【一部撤去】			1	相談室6•8	-30 0 -30	既設のまま	【既設】		既設のまま	【既設】		2,700	【新設】 スチールハ [°] ーティション

履歴	完成図作成	(受注者名)	完成図承諾
	日付		日付
	監理技術者		監理者
	10 /V 1 /		TU /h =k
ver.20180105	担当者		担当者

法適合確認欄 構造設計一級建築士 証交付番号 本図(仕様書)に記載された 造関係規定に適合すること	事項は、構を確認した。
構造設計一級建築士 証交付番号	

法適合確認欄 設備設計一級建築士 証交付番号 本図(仕様書)に記載された事項は、設 備関係規定に適合することを確認した。	製作日ファイル名
設備設計一級建築士 証交付番号	

表設計者 一級建築士	設計者 一級建築士	
大臣登録第181826号	大臣登録第354413号	
田中 嘉宏 ()	川崎・啓介(
付	担当者	

業務名称	業務契約コード	図面番号	管理建築士
津市本庁舎大規模改修その他工事	107141-03	A-04	一級建築士
図面名称	縮尺	A-04	大臣登録第248074号
仕上表3 (内部仕上表2)	_	原図:A1	奥井康史

内部仕上表【改修前】			【撤去】【	一部撤去]:撤去あり	※FC: ファン	コイル		改修内 内部仕上表【改修後】[新設]	】【一部新設】: 新		法校、工业和、表法校	※主に改修(新設)部分の付	仕上を示す。	0	
DL	法規制	 床	【既設】: i 巾木	成設のまる	· 壁	200774天	<u>井·天井村: 岩綿吸音板t15 132</u> 天 井	大井高 備 考		】: 既設のまま 		補修:モルタル面補修 	 壁		天井	
階 室 名	等レベル			下地	仕上		下地 仕上			レベル 下地		下地	仕上		下地 仕上	
1 相談室1・2	-30	M30 ピニルタイルt2	ピニル 60		PBt12+9 EP	塩ビ 	LGS 岩綿吸音板t12 (PBt9下貼) 【一部撤去】	2,700 【撤去】		-30	既設のまま	【既設】	既設のまま	【既設】	既設のまま	2,700
1 事務室3	-30	M30 ビニルタイルt2	ピニル 60		EP PBt12+9 EP	塩ピ	LGS 岩綿吸音板t12 (PBt9下貼) 【一部撤去】	2,700 【撤去】	1 事務室3[援護課]	0 -30	既設のまま	【既設】	既設のまま	塩ピ	LGS 岩綿吸音板t12 [-部新設] (GB-Rt9.5下貼) 【一部新設】	2,700
1 EVホール	0 -100	M 御影石貼	御影石 80	RC	御影石貼	アルミ	LGS アルミダイキャストルーバー 【一部取外し】 PBt9 EP【一部撤去】	【撤去】 3,000 3,300	1 EVホール		既設のまま	【既設】	既設のまま	アルミ	LGS アルミダイキャストルーハー 【再取付】 GB-Rt9.5 EP【一部新設】	【新設】 3,000 3,300
- 【議会棟】																
2 廊下1・EVホール3	0	M30 コ*ムタイルt3 【一部撤去】	堅木CL 60	LGS	ヒ゛ニルクロス PBt12+9 ビニルクロス		LGS 岩綿吸音板t12 (PBt9下貼)	2,600	2 廊下1・EVホール3		ヒニル床タイルB 【一部新設】	60 【一部新設】	ピニルクロス (GB-Rt12.5+t9.5下貼)		LGS 岩綿吸音板t12 [-部新設] (GB-Rt9.5下貼)	【新設】議員出退表示盤取付下地B 2,600
2 議会総務課・議事課	0	M30 ビニルタイルt2 【一部撤去】	[一部撤去] ビニル 60	RC+M LGS	【一部撤去】 ビニルクロス PBt12+9 ビニルクロス	塩ビ	LGS 岩綿吸音板t12 (PBt9下貼)	2,700 【撤去】	2 議会総務課・議事課	30 0 M補修	ビニル床タイルA 【一部新設】	【一部新設】 ピニル LGS 60 [一部新設]	【一部新設】 じニルクロス (GB-Rt12.5+t9.5下貼)	【既設】	【一部新設】 既設のまま	【新設】議員出退表示盤取付下地B 2,700
2 湯沸3	0	M30 ビニルタイルt2 【撤去】	ピニル 60	LGS	【一部撤去】 ヒニルクロス【撤去】 (PBt12+9下貼)【一部撤去】		LGS 珪酸カルシウム板t6 EP 【撤去】 【撤去】	【既設】FC×2 【撤去】流し台、吊戸棚 L=1500 2,345 作業台 L=600、SUS水切板	2 湯沸3		ピニル床シートB 【新設】	60 【既設】	【一部新設】 t ニルクロス【新設】 (PBt12+9下貼)【既設】		LGS ケイカル板t6 EP 【新設】	【新設】流し台(IH仕様)、吊戸棚 L=1800 2,345 SUS水切板、壁見切
2 局長室	0	M30 ビニルタイルt2	【撤去】 ビニル 60	RC+M	流し台前:100角タイル貼【撤去】 じニルクロス PBt12+9 じニルクロス	塩ピ	LGS 岩綿吸音板t12 (PBt9下貼)	【既設】三方枠、給湯器 再利用(設備工事) 【撤去】 2,700	2 局長室		既設のまま	【新設】 (W-9) 【既設】	流し廻り:メラミン不燃化粧板【新設】 既設のまま	【新設】		【新設】議員出退表示盤取付下地B 2,700
2 正副議長室	-30 0 -30	M ジュータン敷	堅木練付 60		練付化粧合板貼 (木軸組)	塩Ľ	LGS 裂地張 (PBt9+9下貼)	【既設】スチール製FCカバー【撤去】木製FCカバー天板2,700【既設】洗面カウンター	2 正副議長室	-30 0 -30	既設のまま	【既設】	既設のまま	【既設】	既設のまま	【新設】木製FCカバー天板 2,700 議員出退表示盤取付下地C
2 議員控室1~9	-30 0 -30	M ジュータン敷 【撤去】	堅木練付 60 【撤去】	(GW充填)	ピニルクロス 【撤去】 (PBt12+9下貼)【既設】		LGS 岩綿吸音板t12 【撤去】 (PBt9下貼) 【撤去】	「	2 議員控室1~9		シュータン敷【新設】	1 1	E [*] ニルクロス 【新設】 (PBt12+9下貼)【既設】		LGS 岩綿吸音板t12 【新設】 【新設】 【新設】	2,700 本棚 再取付(議員控室9)
2 議員応接コーナー	0 -30	M カーヘ°ット敷		RC+M	ヒ゛ニルクロス PBt12+9 ビニルクロス	塩ビ	LGS 岩綿吸音板t12 (PBt9下貼) 【一部撤去】	【撤去】 2,600 【既設】スチール製FCカバー	2 議員応接コーナー		既設のまま	【既設】	既設のまま	塩ピ	LGS 岩綿吸音板t12 [-部新設] (GB-Rt9.5下貼)	2,600
2 相談室1·2	-30	M カーペット敷	堅木CL 60	LGS (GW充填)	PBt12+9 ビニルクロス		LGS 岩綿吸音板t12 (PBt9下貼) 【一部撤去】	【撤去】 2,600 【既設】スチール製FCカバー	2 相談室1・2		既設のまま	【既設】	既設のまま	塩ヒ、	LGS 岩綿吸音板t12 [-部新設] (GB-Rt9.5下貼)	2,600 【新設】
2 渡り廊下	-30	M30 E = 119111t2	ピニル 60	LGS	PBt12+9 EP	塩ビ 【撤去】	LGS 岩綿吸音板t12 【撤去】 (PBt9下貼) 【撤去】	2,400 【撤去】	2 渡り廊下	0 -30	既設のまま	【既設】	既設のまま	塩ビ	LGS 岩綿吸音板t12 【新設】 (GB-Rt9.5下貼) 【新設】	2,400
2 喫煙室	-30	M30 コ [*] ムタイルt3	堅木CL 60	1	ヒ゛ニルクロス PBt12+9 ビニルクロス	【撤去】	LGS 岩綿吸音板t12 【撤去】 (PBt9下貼) 【撤去】	【撤去】 2,600 パーティション 取外し (W2470×H2600)	2 喫煙専用室	-30	既設のまま	【既設】	既設のまま	塩ビ 【新設】		2,600 パーティション 再取付
2 事務室	-30	M30 E = 11.9111t2	60		PBt12+9 EP	【一部撤去】	LGS 岩綿吸音板t12 (PBt9下貼) 【一部撤去】	【撤去】 スチールパーティション(一部)	2 事務室[情報企画課]	-30	既設のまま	【既設】	既設のまま	「一部新設」		【新設】 スチールハ [°] ーティション 2,700
2 サーバー室	+300	OAフロア タイルカーへ°ット	ピニル 60	1	PBt12+9 EP	塩ピー 【一部撤去】	LGS 岩綿吸音板t12 (PBt9下貼) 【一部撤去】	2,700 【撤去】	2 サーバー室	+300	既設のまま	【既設】	既設のまま	「一部新設」	LGS	2,700
■【高層棟】							1.00 N.751.T.#	【撤去】	┃ ■ 【高層棟】		既設のまま	Zav =o X	既設のまま	FOW =0.3	既設のまま	F Ar Sn. Y
2 事務室	-20	M20 E = 1/91 1/12	60		PBt12+9 EP		LGS システム天井 岩綿吸音板t12(窓際部)	2,700	2 事務室	-20		【既設】		【既設】		2,700
2 待合ホール	-20	M20 ゴムタイルt3	ピニル 60	LGS	PBt12+9 EP		LGS システム天井【一部撤去】 岩綿吸音板t12(窓際部) 【一部撤去】	, and the second	2 待合ホール	-20	既設のまま	【一部新設】	(GB-Rt9.5+t12.5下貼) 【新設】		LGS システム天井【一部新設】 岩綿吸音板t12(窓際部) 【一部新設】	
2 税務会議室	-20	M20 E = 11.47.11+2	ピニル 60		[スチールハ°ーティション]		LGS システム天井 【一部撤去】	【撤去】スチールハ°ーティション(一部) 2,700	2 税務会議室	-20	既設のまま	【既設】	既設のまま		LGS システム天井 【一部新設】	2,700 「新設」スチールハ [°] ーティション(一部) システム天井点検口
2 相談室1·2	-20	M20 ピニルタイルt2	ピニル 60		[スチールパーティション]		LGS システム天井 【一部撤去】	【撤去】スチールハ°ーティション(一部) 2,700	2 相談室1・2	-20	既設のまま	【既設】	既設のまま		LGS システム天井 【一部新設】	【新設】スチールハ[°]ーティション(一部)システム天井点検口
2 会議室	-20	M20 ビ=ルタイルt2 M20 ビ=ルタイルt2	ビニル 60 [一部撤去] ビニル	LGS	PBt12+9 EP		LGS システム天井 【一部撤去】 LGS システム天井【一部撤去】	【撤去】スチール製FCカバー 2,700 スチールパーティション 【撤去】	2 21会議室	-20	ピニル床タイルA 【一部新設】 既設のまま	じニル 下地調整 60 【一部新設】	(一部新設) 既設のまま	スチール	LGS システム天井 【一部新設】 LGS システム天井【一部新設】	(新設】FCカバー撤去跡補修 2,700 スチールパーティション システム天井点検口 (新設】
2 書庫1	-20 0	M20 ピールタイルt2 M20 ピールタイルt2	60	1	PBt12+9 EP		は		2 税務書庫1	-20	既設のまま	【既設】	既設のまま		出場の音板t12(窓際部) 「一部新設」 「一部新設」	
2 書庫2	-20 0	M20 ピニルタイルt2	60	1	PBt12+9 EP		【一部撤去】	2,700 【撤去】	2 税務書庫2	-20	既設のまま		既設のまま		【一部新設】	2,700 システム天井点検口 【新設】
2 書庫3	-20 0	M20 コールタイルt3	60	LGS	PBt12+9 EP 吹付タイル	へ/ ~// 塩ビ	岩綿吸音板t12(窓際部) 【一部撤去】 LGS 岩綿吸音板t12		2 催告センター	-20	既設のまま	【既設】	既設のまま	ー へ) ル - L - 塩ビ	岩綿吸音板t12(窓際部) 【一部新設】 LGS 岩綿吸音板t12	
2 EVホール1・2	-20		60			1 1	(PBt9下貼) 【一部撤去】	2,700	2 EVホール1・2	-20		LANGE A		【一部新設】	[一部新設] (GB-Rt9.5下貼)	2,700

履歷	完成図作成 (受注者名)	完成図承諾
	日付	日付
	監理技術者	監理者
		10 W +
ver.20180105	担当者	担当者

法適合確認欄 構造設計一級建築士 証交付番号	法適合確認欄 設備設計一級建築士 証交付番号	製作日
本図(仕様書)に記載された事項は、構造関係規定に適合することを確認した。	本図 (仕様書)に記載された事項は、設 備関係規定に適合することを確認した。	ファイル名
構造設計一級建築士 証交付番号	設備設計一級建築士 証交付番号	

代表設計者 一級建築士	設計者 一級建築士						
大臣登録第181826号	大臣登録第354413号	ار -					
田中 嘉宏 ()	川崎・啓介()	図[
日付	担当者						

業務名称	業務契約コード	図面番号	管理建築士
津市本庁舎大規模改修その他工事	107141-03	۸	一級建築士
図面名称	縮尺	A-05	大臣登録第248074号
仕上表4 (内部仕上表3)	_	原図: A 1	奥井康史

水 内部仕上表【改修前】	レベル欄:上段 下段		ンヘ゛ル 駆体レヘ゛ル		一部撤去	₹】:撤去あり	%FC:77	設石膏ボード ンコイル 天井・天井材:岩綿吸音板t15 132	※廊下	高は床仕上面 からの高さを示す。 等は、主に改修部分について示す。	内部	邹仕上表【改修後】				修:モルタル面補(※主に改修(新設)部分	分の仕上を : 	示す。		
	規制		床	巾木		壁	廻縁	天 井	天井高	 備 考	階	室名	法規制		床	巾木		壁	迎縁 —		天 井	天井高 備 考
	等 レヘル	-	仕上		下地			下地 仕上			ГЩ	<u> </u>	等	レベルト地			下地	<u>仕上</u>		下地	仕上	
2 階段A前廊下	-20	M20 -	コ [*] ムタイルt3 	SUS 60	RC+M	吹付タイル	[一部撤去]	LGS 岩綿吸音板t12 [-部撤去] (PBt9下貼) 【一部撤去】	2,400	【撤去】	2	階段A前廊下		-20	既設のまま	【既設】		既設のまま	「一部新設」		岩綿吸音板t12 (GB-Rt9.5下貼) 【一部新設】	2,400
_											_											
■【議会棟】	0	M30 :	コ゛ムタイルt3	堅木CI	RC+M	ピニルクロス	 	LGS 岩綿吸音板t12		【撤去】		【議会棟】		0	既設のまま	【既設】		既設のまま	塩Ľ	LGS	岩綿吸音板t12	【新設】
3 EVホール3	-30			60			【一部撤去】	[一部撤去] (PBt9下貼) 【一部撤去】	2,600		3	EVホール3		-30					【新設】	【一部新設】	(GB-Rt9.5下貼) 【一部新設】	2,600 WC前廊下部分はWC改修に記
3 廊下	-30		コ゛ムタイルt3	堅木CL 60	E .	ビ=ルクロス PBt12+9 ビ=ルクロス 	塩ピ	LGS 岩綿吸音板t12 [-部撤去] (PBt9下貼) 【一部撤去】	2,600	【撤去】	3	廊下		-30	既設のまま	【既設】		既設のまま	塩ヒ゛ 【 【一部新設】		岩綿吸音板t12 (GB-Rt9.5下貼) 【一部新設】	2,600
3 理事者控室	-30	M30 :	コ゛ムタイルセ3	堅木CL 60	LGS	ビニルクロスビニルクロス【一部撤去】(PBt12+9下貼)【既設】	塩ビ	LGS 岩綿吸音板t12 (PBt9下貼)	2,700	【撤去】	3	理事者控室		0 -30	既設のまま	【既設】	【既設】	ビニルクロス 【一部新設】 (PBt12+9下貼)【既設】			既設のまま	2,700
	0~750		ジュータン敷	堅木練付	RC	練付化粧合板貼		LGS 岩綿吸音板t12		【撤去】固定椅子、演台×2			0	~750 M 補修		堅木練付(栓)		練付化粧合板貼			既設のまま	【新設】演台×2、配線用溝斫り
3 議場	-55 ~ 695		【撤去】	60 【一部撤去】		(木軸組)【一部撤去】		(PBt9下貼)	5,500	机 取外し 【既設】間接照明	3	議場		55~695	【新設】	60 【一部新設】		(木軸組) 【一部新設】				5,500 固定椅子×2 机 再取付
M3 記者席	+1050	М	ジュータン敷 【一部撤去】	堅木練付 60	RC LGS	練付化粧合板貼 (木軸組)		LGS 岩綿吸音板t12 (PBt9下貼)	5,500	【撤去】RC手摺壁·記載台(一部)	М3	記者席	-	+1050	既設のまま	堅木練付60		練付化粧合板貼 (木軸組)			既設のまま	【新設】手摺壁(一部) 5,500
	+995	M30	 ビニル床シートt2	聖木練付		【一部撤去】 練付化粧合板貼		LGS 岩綿吸音板t12		【既設】間接照明 【撤去】RC手摺壁(一部)、RC階段1段				+995 木床組	ビニル床シートA	【一部新設】 堅木練付		【一部新設】 練付化粧合板貼			既設のまま	 【新設】手摺壁、床見切、階段手摺
M3 傍聴席·車椅子用傍聴席	1670~2470	嵩上コン 【一部撤去】	【一部撤去】 L`=ルタイルt2	60 [一部撤去]	LGS	(木軸組) 【一部撤去】	161°	(PBt9下貼)	ļ	【既設】間接照明	M3	傍聴席·車椅子用傍聴席	1	670~2470 【一部新設】	既設のまま	60【一部新設】		(木軸組) 【一部新設】 既設のまま	1618		岩綿吸音板t12	5,500 【新設】
3 渡り廊下1	-30			ピニル 60			塩ビ	【撤去】(PBt9下貼) 【撤去】	2,400		3	渡り廊下1		0 -30		【既設】			【新設】	【新設】	(GB-Rt9.5下貼) 【新設】	2,400
3 渡り廊下2	-30	M30	ヒ゛ニルタイルt2	ピニル 60	LGS	PBt12+9 EP	塩ビ 塩ビ 【撤去】	LGS	2,400	【撤去】	3	渡り廊下2		-30	既設のまま	【既設】		既設のまま	塩ビ 塩上ಁ	【新設】	岩綿吸音板t12 (GB-Rt9.5下貼) 【新設】	2,400
-											-											
■【高層棟】												【高層棟】										
3 事務室	0 -20	M20	ビニルタイルt2	じェル 60 [一部撤去]		EP PBt12+9 EP	スチール	LGS システム天井【一部撤去】 岩綿吸音板t12(窓際部) 【一部撤去】		【撤去】スチール製FCカバー カーテンボックス(一部) タテ型ブライント゛	3	事務室[広報課]		0 M補修 -20	ピニル床タイルA 【一部新設】	ビニル 60 【一部新設】	下地調整	EP 【一部新設】	スチール	LGS	システム天井【一部新設】 岩綿吸音板t12(窓際部) 【一部新設】	【新設】FCカバー撤去跡補修 2,700 システム天井点検口
-										【撤去】	3	事務室[子育で推進課]		0 -20	既設のまま	t [*] ニル 60 【一部新設】		EP (GB-Rt9.5+t12.5下貼) 【新設】	スチール		システム天井【一部新設】 岩綿吸音板t12(窓際部) 【一部新設】	【新設】EPS 2,700 システム天井点検口
3 更衣室	0 -20	M20	ヒ゛ニルタイルt2	ピニル 60	RC+M	EP	スチール	LGS システム天井【一部撤去】 岩綿吸音板t12(窓際部) 【撤去】		【撤去】 スチールパーティション(一部)	3	中央監視室			既設のまま	【既設】		既設のまま	スチール	LGS	システム天井【一部新設】 岩綿吸音板t12(窓際部) 【新設】	【新設】スチールパ [°] ーティション(一部) 2,700 システム天井点検口
3 31会議室	0	M20	ヒ゛ニルタイルt2	ピ [*] ニル 60	RC+M LGS	EP PBt12+9 EP	スチール	LGS システム天井【撤去】 岩綿吸音板t12(窓際部)	2,700	【撤去】スチールハ [°] ーティション FC×2(設備工事)	3	相談室1		0	既設のまま	【既設】		既設のまま	1 1	【新設】	岩綿吸音板t12 (GB-Rt9.5下貼)	【新設】スチールハ [°] ーティション 2,700
_	-20							【撤去】			3	相談室2		0	既設のまま	【既設】		_	1	LGS 【新設】	【新設】 岩綿吸音板t12 (GB-Rt9.5下貼)	【新設】 スチールハ [°] ーティション 2,700
_											3	相談室3		0	既設のまま	【既設】		既設のまま	1 1	LGS 【新設】	【新設】 岩綿吸音板t12 (GB-Rt9.5下貼)	【新設】スチールハ [°] ーティション 2,700
_											3	相談室4		0	既設のまま	【既設】		既設のまま	1 1	LGS	【新設】 岩綿吸音板t12 (GB-Rt9.5下貼)	【新設】スチールハ [°] ーティション 2,700
3 市政記者室	0 -20	M20	ヒ゛ニルタイルt2	ピ [*] ニル 60	RC+M LGS	EP PBt12+9 EP	スチール	LGS システム天井【一部撤去】 岩綿吸音板t12(窓際部) 【一部撤去】		【撤去】 【既設】スチールハ [°] ーティション	3	市政記者室		-20 0 -20	既設のまま	【既設】		既設のまま	スチール	LGS	【新設】 システム天井【一部新設】 岩綿吸音板t12(窓際部) 【一部新設】	2,700 システム天井点検口
3 相談室		M20	ヒ゛ニルタイルt2	ピニル 60	RC+M LGS	EP PBt12+9 EP	塩ヒ	LGS 岩綿吸音板t12 (PBt9下貼)	2,700	【撤去】	3	相談室5		0 -20	既設のまま	【既設】		既設のまま	塩ヒ゛		岩綿吸音板t12 (GB-Rt9.5下貼) 【一部新設】	【新設】スチールハ [°] ーティション(一部) 2,700
3 倉庫	0	M20	ヒ゛ニルタイルt2	ピ゛ニル	RC+M LGS	EP PBt12+9 EP	塩Ľ	LGS 岩綿吸音板t12 [-部撤去] (PBt9下貼)	2,700	【撤去】	3	倉庫		0	既設のまま	【既設】		既設のまま	塩ビ		岩綿吸音板t12 (GB-Rt9.5下貼)	2,700
3 EVホール1・2		M20	ヒ [*] ニルタイルt2	SUS 60	RC+M	吹付タイル	塩ヒ	LGS 岩綿吸音板t12 [-部撤去] (PBt9下貼)	2,700	【撤去】	3	EVホール1・2		0	既設のまま	【既設】		既設のまま	1	【一部新設】	【一部新設】 岩綿吸音板t12 (GB-Rt9.5下貼)	2,700
3 連絡通路		С	ヒ゛ニル床シートt2	ピ [*] ニル 60	【一部撤去】	PBt12.5+9.5 EP 」【一部撤去】	塩ヒ	LGS 岩綿吸音板t12 [-部撤去] (PBt9.5下貼)	2,180		3	連絡通路		-20 +240	既設のまま	t*=1\\ 60		GB-Rt12.5+t9.5 EP 【一部新設】		LGS	【一部新設】 岩綿吸音板t12 (GB-Rt9.5下貼)	2,180
_	+230			【一部撤去】			【一部撤去】	【一部撤去】		【既設】スロープ、床見切、手摺	_			+230		【一部新設】			【一部新設】		【一部新設】	
4 廊下1	0	1 1	L [*] ニルタイルt2.3 【一部撤去】	ピ [*] ニル	8	PBt12+9 ビニルクロス 」【一部撤去】	塩Ľ	LGS 岩綿吸音板t12 (PBt9下貼)	2,700	【撤去】	***************************************	廊下1		0 M 補修	ピニル床タイルA 【一部新設】	ピ [*] ニル 60	1	ピ [゛] ニルクロス (GB-Rt1 2.5+t9.5下貼)	【既設】		既設のまま	【新設】 2,700

ver.20180105

履歷	完成図作成	(受注者名)
	日付	
	監理技術者	
	10.11.41	
	担当者	<i>(</i>)

担当者

代表設計者	設計者	業
一級建築士	一級建築士	;
大臣登録第181826号	大臣登録第354413号	
田中 嘉宏 ()	川崎 啓介()	×
日付	担当者	

· · · · · · · · · · · · · · · · · · ·		•		
務名称		業務契約コード	図面番号	管理建築士
津市本庁舎大規模	改修その他工事	107141-03	A-06	一級建築士
面名称		縮尺		大臣登録第248074号
仕上表5(「	内部仕上表 4)	_	原図:A 1	奥井康史