


# 高茶屋29号橋 橋梁補修一般図

<u>側面図</u> S=1:50 断面図 S=1:30

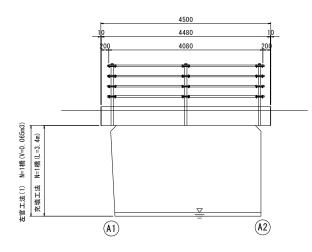

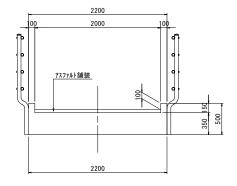

平面図 S=1:50

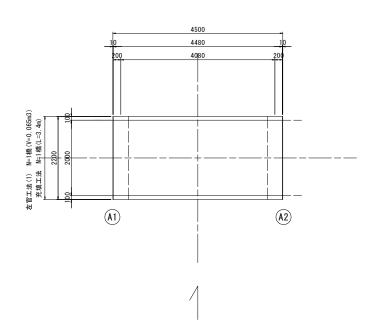


	設計 条件		
型 式	単純RC床版橋		
橋 長	4. 500m		
桁 長	4. 480m		
支 間 長	4. 080m		
総幅員	2. 200m		
有効幅員	2. 000m		
舗装	アスファルト舗装		
斜 角	90° 00' 00"		

高茶屋29号橋 ※この図面はA1サイズを原寸とする


※この図面はA1サイズを原寸とする。					
工 事 名	令和元年度 南橋維補 第1号 高茶屋29号橋ほか12橋橋梁長寿命化 修繕(上部工)工事				
施工箇所名	津市高茶屋の	大丁目ほか	8町地内		
図面の種類	橋梁補	修一般図			
縮尺	図示 図面番号 1 / 36		1 / 36		
事業所名	津市建設	部津南工	事事務所		

# 高茶屋29号橋 断面修復工詳細図




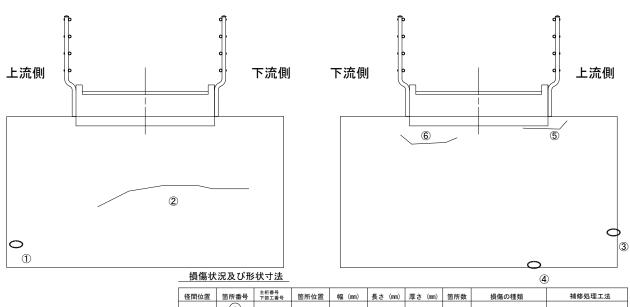

								9	9
径間位置	箇所番号	主桁番号 下部工番号	箇所位置	中国 (mm)	長さ (mm)	厚さ (mm)	箇所数	損傷の種類	補修処理工法
	1	A 1 橋台	上流側	250	600	50. 0	1	欠損	断面修復工
	2	A 1 橋台	中 央	1.0	2500	_	1	ひび割れ	ひび割れ補修工
A1-A2	3	A 2 橋台	上流側	200	1200	100.0	1	欠損	断面修復工
AI AZ	4	A 2 橋台	上流側	100	1700	30. 0	1	欠損	断面修復工
	5	A 2 橋台	上流側	20. 0	1200	10. 0	1	ひび割れ	断面修復工
	6	Δ2烃台	下流側	2.0	900	_	1	7.6.7.6宝川力	71.7%割れ補修工

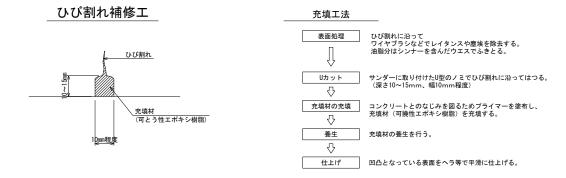


### 断面修復工 S=Free

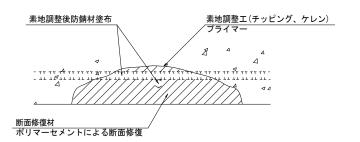

工種	規格	数量	1.0m3当り使用量
素地調整工	チッピング、ケレン、清掃	1.16 m2	
プライマー		1.16 m2	
断面修復材	ポリマーセメントモルタル	0.08 m3	ロス 1.18含む

### 断面修復範囲図

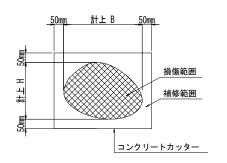

\* B, Hは上下部補修図を参照

凡例	
<b>→→</b>	ひび割れ
	遊離石灰・さび汁
0	浮き・剥離・剥落・欠損
0	漏水
◍	鉄筋露出
•	豆板·空洞
0	その他
⊕	舗装ひび割れ

- 1. 断面修復の範囲は、施工前に劣化状況を確認の上決定する事。
- 2. 新たな劣化部が確認された場合は、監督員と協議を行う事。
- 3. 脆弱部は全て撤去する事。
- 4. はつり等に際して、既設鉄筋を損傷しないよう入念に作業を行う事。


**喜太民20早季** 


	高弁座と9号橋 ※この図面はA1サイズを原寸とする。				
工 事 名	令和元年度 南橋維補 第1号 高茶屋29号橋ほか12橋橋梁長寿命化 修繕(上部工)工事				
施工箇所名	津市高茶屋六丁目ほか8町地内				
図面の種類	断面修	復工詳細図	₹		
縮尺	図示	図面番号	2 / 36		
事業所名	津市建設	部津南工	事事務所		

# 高茶屋29号橋 足場参考図


<u>側面図</u> S=1:50

断面図 S=1:30

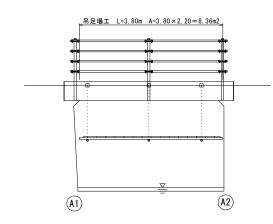

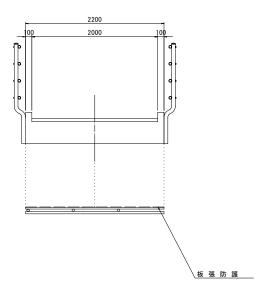

<u>平面図</u> S=1:50

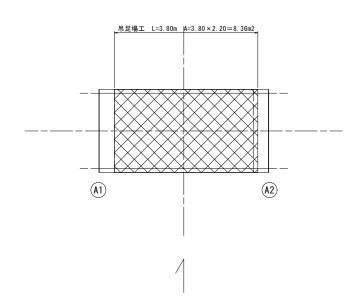


高茶屋29号橋 ※この図面はA1サイズを原寸とする。


※この図面はA1サイズを原寸とする。						
工事名	高茶屋29号	令和元年度 南橋維補 第1号 高茶屋29号橋ほか12橋橋梁長寿命化 修繕(上部工)工事				
施工箇所名 津市高茶屋六丁目ほか8町地内						
図面の種類	足場	参考図				
縮尺	図示	図面番号	3 / 36			
事業所名	津市建設	津市建設部津南工事事務所				


# 弥栄橋 橋梁補修一般図


下流側橋梁側面図

上流側橋梁側面図

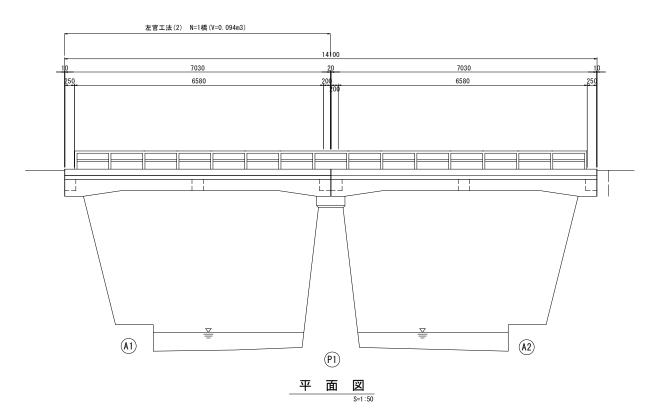

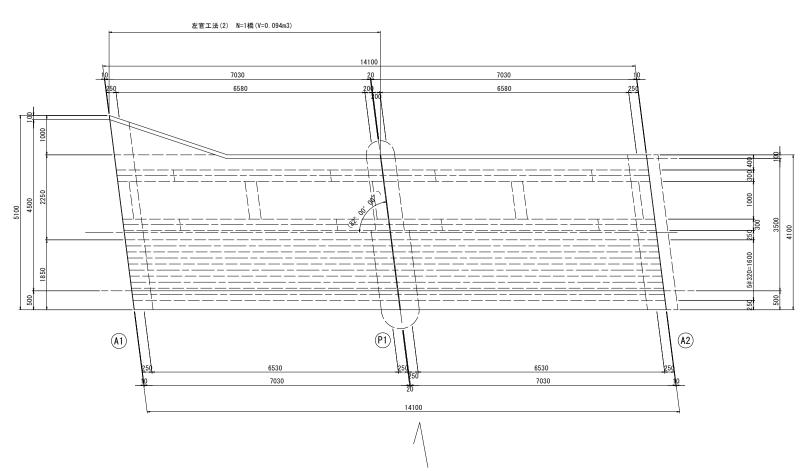

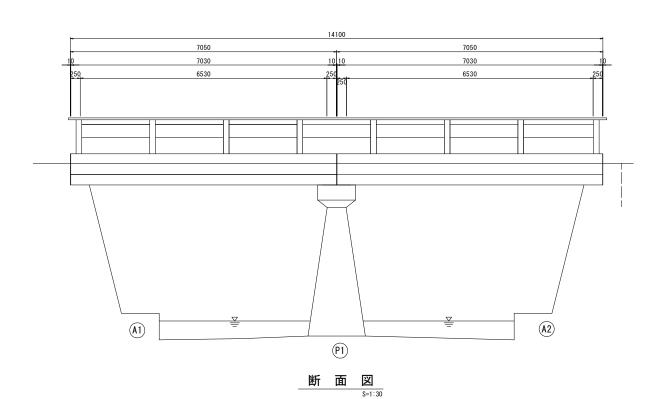

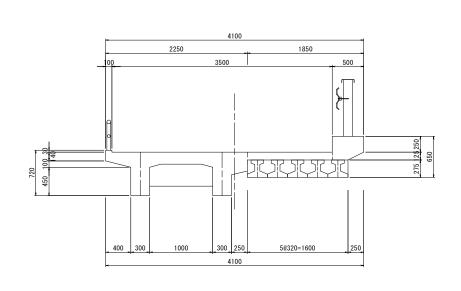


	設計条件
型 式	単純PCI桁スラブ橋+単純RCT桁橋
橋 長	14. 100m
桁 長	2@7. 030m
支 間 長	2@6. 530m, 2@6. 580m
総幅員	4. 100m~5. 100m
有効幅員	3. 500m∼4. 500m
舗装	コンクリート舗装(床版)
斜 角	≠ 82° 00' 00"

弥栄橋 ※この図面はA1サイズを原寸とする。

※この図i	※この図面はA1サイズを原寸とする。				
工事	名	令和元年度 南橋維補 第1号 高茶屋29号橋ほか12橋橋梁長寿命化 修繕(上部工)工事			
施工箇門	听名	津市高茶屋を	た丁目ほか	8町地内	
図面の	重類	橋梁補	修一般図		
縮	刀	尺 図示 図面番号 4 /		4 / 36	
事業所名		津市建設	部津南工	事事務所	

# 弥栄橋 断面修復工詳細図


# <u>桁下面</u>

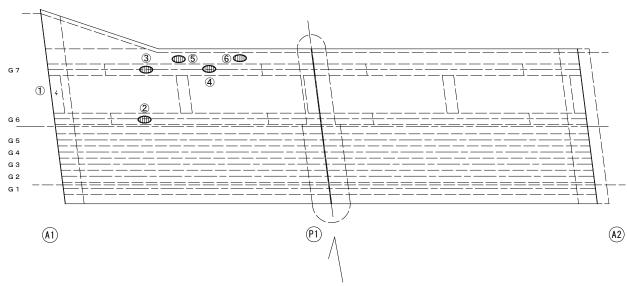

### 損傷状況及び形状寸法


径間位置	箇所番号	主桁番号 下部工番号	箇所位置	幅 (mm)	長さ (mm)	厚さ (mm)	箇所数	損傷の種類	補修処理工法
	1	G 6・G 7 間横桁	桁側面	100	500	100. 0	1	ひび割れ	断面修復工
	2	G 6 主桁	桁下面	300	1000	30. 0	1	剥離・欠損・鉄筋露出	断面修復工
A1-P1	(3)	G 7 主桁	桁下面	300	2000	50.0	1	剥離・欠損・鉄筋露出	断面修復工
ALLI	4	G 7 主桁	桁下面	300	1500	30. 0	1	剥離・欠損・鉄筋露出	断面修復工
	(5)	床版	床版下面	200	300	20. 0	1	剥離・欠損・鉄筋露出	断面修復工
	6	床版	床版下面	300	600	20. 0	1	剥離・欠損・鉄筋露出	断面修復工

### 断面修復工 S=Free

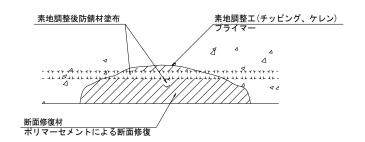

工種	規 格	数量	1.0m3当り使用量
素地調整工	チッピング、ケレン、清掃	2. 44 m2	
プライマー		2. 44 m2	
断面修復材	ポリマーセメントモルタル	0. 11 m2	ロス 1.18含む

### 断面修復範囲図

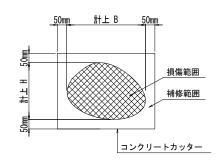

\* B, Hは上下部補修図を参照

凡例	1
<i>→</i> >	ひび割れ
	遊離石灰・さび汁
0	浮き・剥離・剥落・欠損
0	漏水
$\Theta$	鉄筋露出
0	豆板·空洞
0	その他
↔	舗装ひび割れ

### (注記)

- 1. 断面修復の範囲は、施工前に劣化状況を確認の上決定する事。
- 2. 新たな劣化部が確認された場合は、監督員と協議を行う事。
- 3. 脆弱部は全て撤去する事。
- 4. はつり等に際して、既設鉄筋を損傷しないよう入念に作業を行う事。


### 弥栄橋 ※この図面はA1サイズを原寸とする

<b>※この</b>	※この図面はAIサイスを原寸とする。							
令和元年度 南橋維補 第1号 高茶屋29号橋ほか12橋橋梁長寿命化 修繕(上部工)工事								
施工箇所名 津市高茶屋六丁目ほか8町地内								
図面の	の種類	断面修	復工詳細図	₹				
縮	尺	図示 図面番号 5 / 36						
事業所名		津市建設	部津南工	事事務所				


# 弥栄橋 足場参考図


下流側橋梁側面図


上流側橋梁側面図

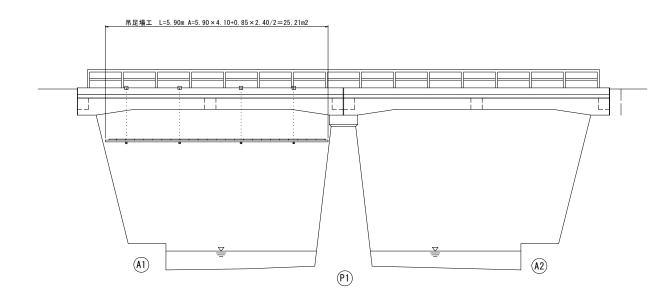

## 平面図

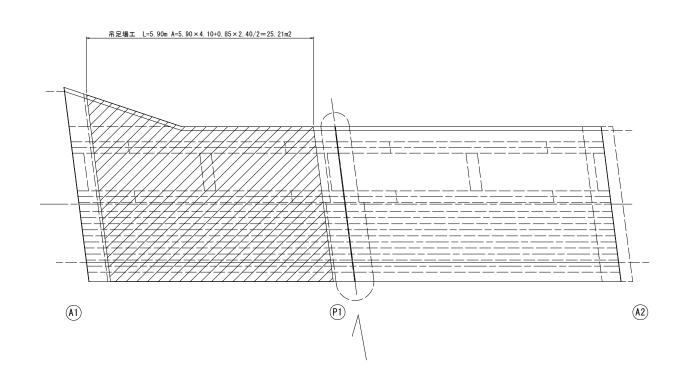

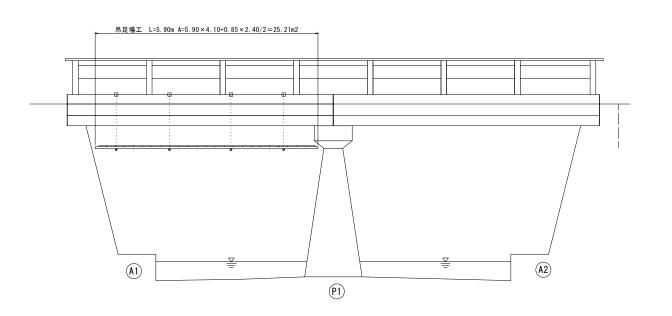

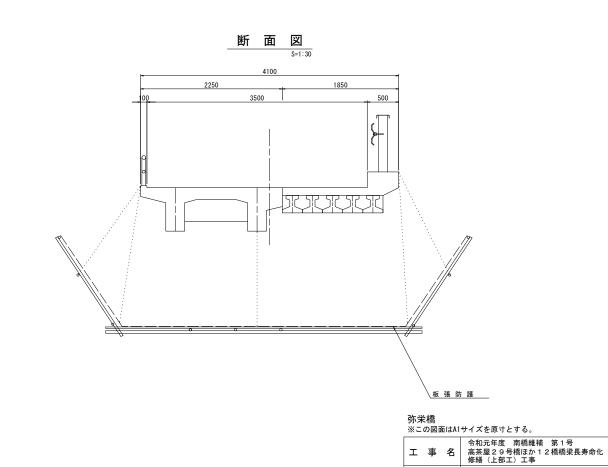

施工箇所名|津市高茶屋六丁目ほか8町地内

図面の種類

事業所名


足場参考図


図示 図面番号 6 / 36

津市建設部津南工事事務所


# 大河内橋 橋梁補修一般図



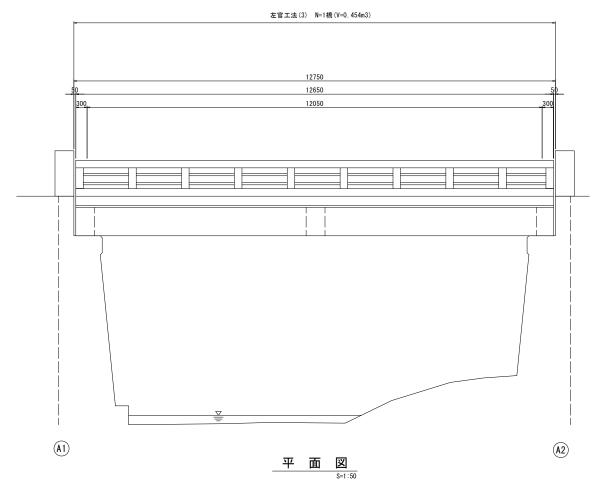

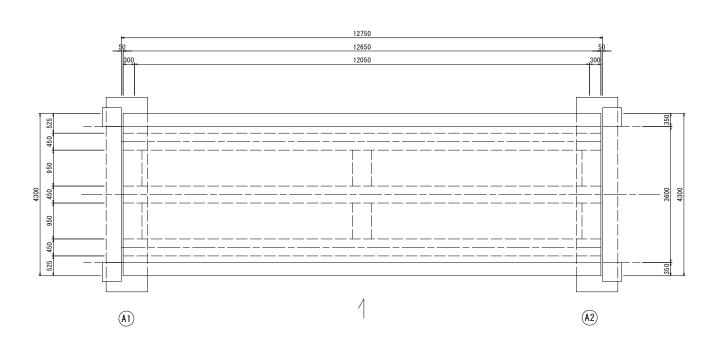

### 断面図 S=1:30

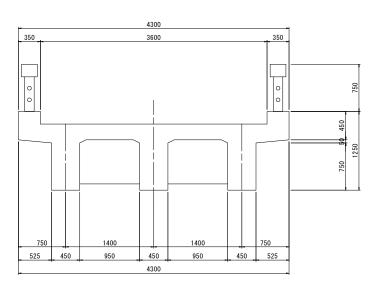


	設 計 条 件				
型 式	単純RCT桁橋				
橋 長	12. 750m				
桁 長	12. 650m				
支 間 長	12. 050m				
総幅員	4. 300m				
有効幅員	3. 600m				
舗装	コンクリート舗装(床版)				
斜 角	90° 00' 00"				

大河内橋 ※この図面はA1サイズを原寸とする。


次この区面はATリイスを原引とする。							
つれて年度 南橋維補 第1号 高茶屋29号橋ほか12橋橋梁長寿命化 修繕(上部工)工事							
施工的	箇所名	津市高茶屋六丁目ほか8町地内					
図面の	の種類	橋梁補	修一般図				
縮	尺	図示	図面番号	7 / 36			
事業	所名	津市建設	部津南工	事事務所			

# 大河内橋 断面修復工詳細図

<u>析下面</u> S=1:50

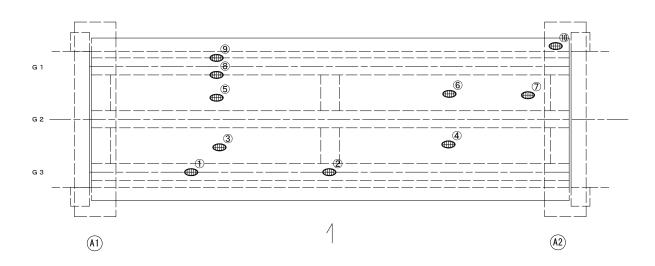


### A 2 橋台断面図

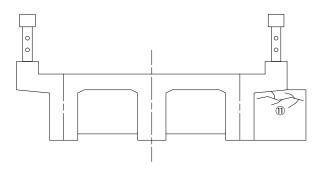

### 損傷状況及び形状寸法


径間位置	箇所番号	主桁番号 下部工番号	箇所位置	幅 (mm)	長さ (mm)	厚さ (mm)	箇所数	損傷の種類	補修処理工法
	1	G3主桁	桁下面	450	2000	70.0	1	剥離・欠損・鉄筋露出	断面修復工
	2	G3主桁	桁下面	150	400	40.0	1	剥離・欠損・鉄筋露出	断面修復工
	(3)	G 2 · G 3 主桁間	桁間	750	4000	20.0	1	剥離・欠損・鉄筋露出	断面修復工
	4	G 2 · G 3 主析間	桁間	750	4000	20. 0	1	剥離・欠損・鉄筋露出	断面修復工
A1 A0	5	G 1 · G 2 主桁間	桁間	750	3000	20.0	1	剥離・欠損・鉄筋露出	断面修復工
A1-A2	6	G 1 · G 2 主析間	桁間	750	3000	20.0	1	欠損	断面修復工
	7	G 1 · G 2 主析間	桁間	100	250	20.0	1	剥離・欠損・鉄筋露出	断面修復工
	(8)	G 1 主桁	桁側面	750	2500	30.0	1	剥離・欠損・鉄筋露出	断面修復工
	9	G 1主桁	桁側面	200	1500	70.0	1	剥離・欠損・鉄筋露出	断面修復工
	(10)	床版	床版下面	100	200	30.0	1	剥離・欠損・鉄筋露出	断面修復工
	(11)	A 2橋台パラペット	上流側前面	20	1500	100.0	1	ひび割れ	断面修復工

## 断面修復工 S=Free

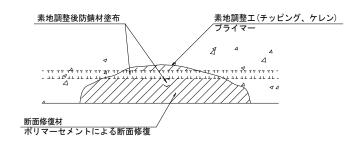

工種	規格	数量	1.0m3当り使用量
素地調整工	チッピング、ケレン、清掃	16.56 m2	
プライマー		16.56 m2	
断面修復材	ポリマーセメントモルタル	0. 54 m2	ロス 1.18含む

### 断面修復範囲図

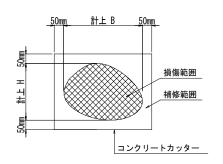

\* B, Hは上下部補修図を参照

凡例	1
→>	ひび割れ
0	遊離石灰・さび汁
	浮き・剥離・剥落・欠損
0	漏水
	鉄筋露出
•	豆板·空洞
	その他
↔	舗装ひび割れ


### 大河内橋


>	※この図面はA1サイズを原寸とする。							
令和元年度 南橋維補 第1号 工 事 名 高茶屋29号橋ほか12橋橋梁長寿命代 修繕(上部工)工事								
,	施コ	- 箇月	听名	津市高茶屋六丁目ほか8町地内				
ı	図面の種類			断面修復工詳細図				
	縮尺			図示	図面番号	8 / 36		
	事業所名			津市建設部津南工事事務所				

- 1. 断面修復の範囲は、施工前に劣化状況を確認の上決定する事。
- 2. 新たな劣化部が確認された場合は、監督員と協議を行う事。
- 3. 脆弱部は全て撤去する事。
- 4. はつり等に際して、既設鉄筋を損傷しないよう入念に作業を行う事。


# 大河内橋 足場参考図

<u>側面図</u> S=1:50

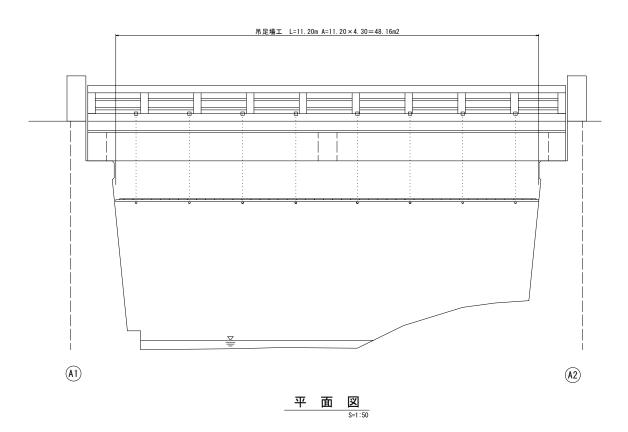

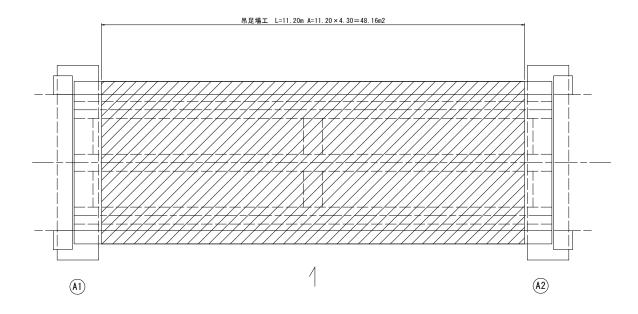

<u>断面図</u> S=1:30

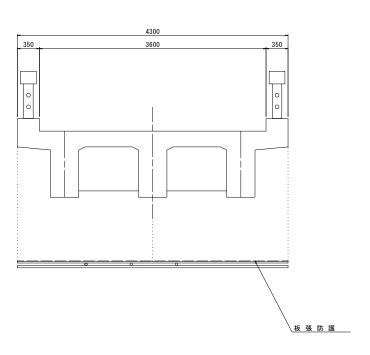


大河内橋 ※この図面はA1サイズを原寸とす


※この図面はA1サイズを原寸とする。						
令和元年度 南橋維補 第1号 高茶屋29号橋ほか12橋橋梁長寿命化 修繕(上部工)工事						
施工箇所名	津市高茶屋六丁目ほか8町地内					
図面の種類	足場	参考図				
縮尺	図示	図面番号	9 / 36			
事業所名	津市建設	部津南工	事事務所			

# 122-1号橋 橋梁補修一般図




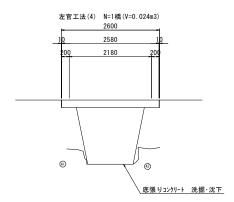

### 平面図

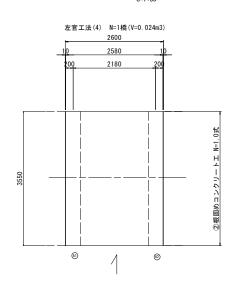

断面図 S=1:30

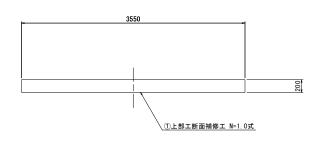


	設 計 条 件					
型式	単純RC床版橋					
橋 長	2. 600m					
桁 長	2. 580m					
支間 長	2. 180m					
総幅員	5. 250m					
有効幅員	5. 250m					
舗装	コンクリート舗装(床版)					
斜 角	90° 00' 00"					

1 **2 2 - 1 号橋** ※この図面はA1サイズを原寸とする。

※この図面はA1サイズを原寸とする。						
工 事 名	令和元年度 南橋維補 第1号 高茶屋29号橋ほか12橋橋梁長寿命化 修繕(上部工)工事					
施工箇所名 津市高茶屋六丁目ほか8町地内						
図面の種類	橋梁補	修一般図				
縮 尺 図示 図面番号 10/						
事業所名	津市建設	部津南工	事事務所			

# 122-1号橋 断面修復工詳細図




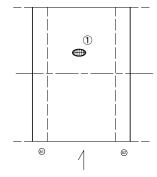

### 損傷状況及び形状寸法


径間位置	箇所番号	主桁番号 下部工番号	箇所位置	幅 (mm)	長さ (mm)	厚さ (mm)	箇所数	損傷の種類	補修処理工法
A1-A2	1	床版	床版下面	800	800	30.0	1	剥離・欠損・鉄筋露出	断面修復工
AT MZ									

## 断面修復工 S=Free

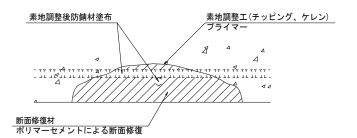

工種	規 格	数量	1.0m3当り使用量
素地調整工	チッピング、ケレン、清掃	0.81 m2	
プライマー		0.81 m2	
断面修復材	ポリマーセメントモルタル	0. 03 m2	ロス 1.18含む

### 断面修復範囲図

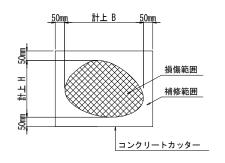

\* B, Hは上下部補修図を参照

凡例	
<b>→→</b>	ひび割れ
	遊離石灰・さび汁
0	浮き・剥離・剥落・欠損
0	漏水
	鉄筋露出
•	豆板·空洞
0	その他
↔	舗装ひび割れ

1 2 2 — 1 号橋 ※この図面はA1サイズを原寸とする。

.×.∟	الكارن	HANIE	リイスを尿りとする。					
I	事	名	令和元年度 南橋維補 第1号 高茶屋29号橋ほか12橋橋梁長寿命化 修繕(上部工)工事					
施工箇所名			津市高茶屋六丁目ほか8町地内					
図配	面の種	重類	断面修復工詳細図					
縮		尺	図示	図面番号	11/ 36			
事	業所	名	津市建設	部津南工	事事務所			

### (注記

- 1. 断面修復の範囲は、施工前に劣化状況を確認の上決定する事。
- 2. 新たな劣化部が確認された場合は、監督員と協議を行う事。
- 3. 脆弱部は全て撤去する事。
- 4. はつり等に際して、既設鉄筋を損傷しないよう入念に作業を行う事。


# 4002-1号橋 橋梁補修一般図

● 面 図 S=1:50
左管工法(5) N=1橋(V=0.130m3)
4200
10 4180 10
250 3680 250



①上部工断面補修工 N=1.0式

断面図 S=1:30

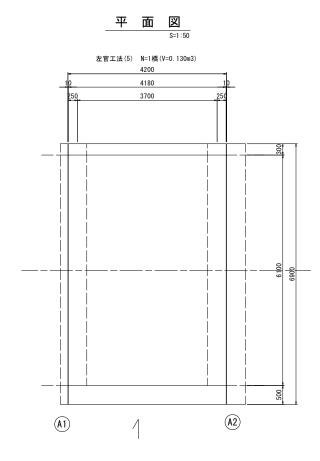




4002-1号橋 ※この図面はA1サイズを原寸とする。

※この図面はA1サイズを原寸とする。						
令和元年度 南橋維補 第1号 高茶屋29号橋ほか12橋橋梁長寿命化 修繕(上部工)工事						
施工箇所名	津市高茶屋を	た丁目ほか	8町地内			
図面の種類	橋梁補	修一般図				
縮尺	図示	図面番号	12/ 36			
事業所名	津市建設	:部津南工	事事務所			


# 4022-1号橋 断面修復工詳細図

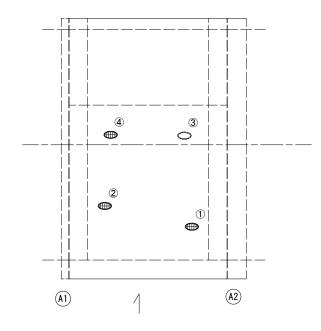

### 損傷状況及び形状寸法


径間位置	箇所番号	主桁番号 下部工番号	箇所位置	幅 (mm)	長さ (mm)	厚さ (mm)	箇所数	損傷の種類	補修処理工法
	(1)	床版	床版下面	200	500	20. 0	1	剥離・欠損・鉄筋露出	断面修復工
A1-A2	(2)	床版	床版下面	1200	1500	30.0	1	剥離・欠損・鉄筋露出	断面修復工
AI-AZ	(3)	床版	床版下面	300	300	10.0	1	剥離	断面修復工
	4	床版	床版下面	1200	1500	30. 0	1	剥離・欠損・鉄筋露出	断面修復工

## 断面修復工 S=Free

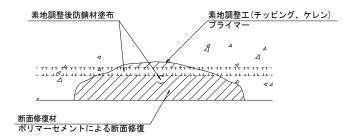

工種	規 格	数量	1.0m3当り使用量
素地調整工	チッピング、ケレン、清掃	4. 50 m2	
プライマー		4. 50 m2	
断面修復材	ポリマーセメントモルタル	0. 15 m2	ロス 1.18含む

### 断面修復範囲図

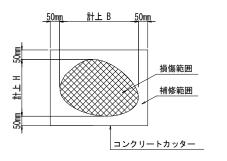

\* B, Hは上下部補修図を参照

凡例	I
<b>→→</b>	ひび割れ
0	遊離石灰・さび汁
0	浮き・剥離・剥落・欠損
0	漏水
	鉄筋露出
•	豆板·空洞
	その他
→	舗装ひび割れ

4 0 2 2 - 1 号橋 ※この図面はA1サイズを原寸とする。


※この図面はA1サイズを原寸とする。						
令和元年度 南橋維補 第1号 高茶屋29号橋ほか12橋橋梁長寿命化 修繕(上部工)工事						
施工箇所	名 ;	聿市高茶屋の	六丁目ほか	8町地内		
図面の種類	領	断面修	復工詳細図	<b>I</b>		
縮尺	ļ.	図示	図面番号	13 / 36		
事業所名		津市建設	部津南工	事事務所		

### (注記


- 1. 断面修復の範囲は、施工前に劣化状況を確認の上決定する事。
- 2. 新たな劣化部が確認された場合は、監督員と協議を行う事。
- 3. 脆弱部は全て撤去する事。
- 4. はつり等に際して、既設鉄筋を損傷しないよう入念に作業を行う事。

# 4002-1号橋 足場参考図


<u>側面図</u> S=1:50

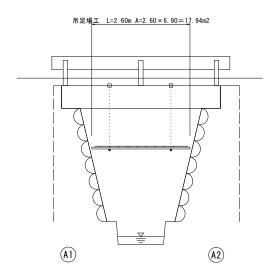

断面図 S=1:30

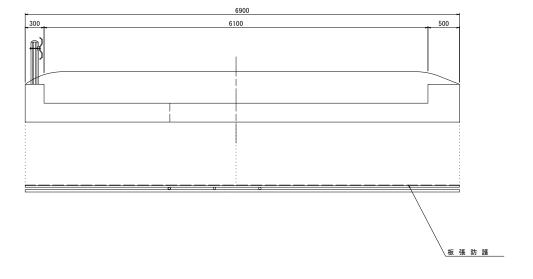

平面図 S=1:50

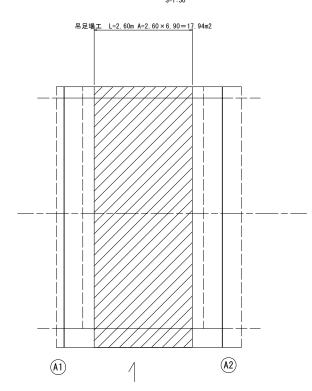


4 0 2 2 - 1 号橋 ※この図面はA1サイズを原寸とする。


※この図面はA1サイズを原寸とする。							
エ 事	名	令和元年度 南橋維補 第1号 高茶屋29号橋ほか12橋橋梁長寿命化 修繕(上部工)工事					
施工箇	所名	津市高茶屋六丁目ほか8町地内					
図面の	種類	足場	参考図				
縮	尺	図示	図面番号	14/ 36			
事業所	听名	津市建設部津南工事事務所					

# 源内橋 橋梁補修一般図




断面図 S=1:30

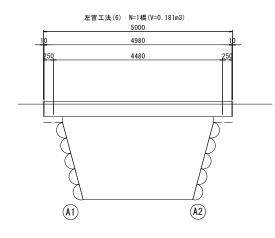

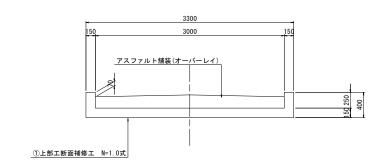

平面図 S=1:50

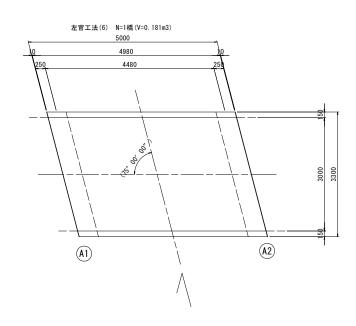


	設計条件				
型式	単純RC床版橋				
橋 長	5. 000m				
桁 長	4. 980m				
支間長	4. 480m				
総幅員	3. 300m				
有効幅員	3. 000m				
舗装	アスファルト舗装				
斜 角	左 75°00'00"				

源内橋 ※この図面はA1サイズを原寸とする。

※この図面はA1サイズを原寸とする。						
令和元年度 南橋維補 第1号 高茶屋29号橋ほか12橋橋梁長寿命化 修繕(上部工)工事						
施工箇所名	津市高茶屋六丁目ほか8町地内					
図面の種類	橋梁補	修一般図				
縮尺	図示	図面番号	15/ 36			
事業所名	津市建設	:部津南工	事事務所			

# 源内橋 断面修復工詳細図


床版下面

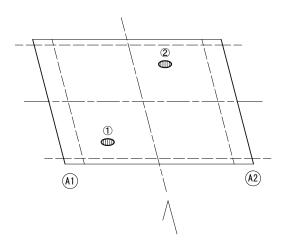

### 損傷状況及び形状寸法


径間位	置箇所番号	主桁番号 下部工番号	箇所位置	幅 (mm)	長さ (mm)	厚さ (mm)	箇所数	損傷の種類	補修処理工法
	1	床版	床版下面	2000	4000	20. 0	1	剥離・欠損・鉄筋露出	断面修復工
A1-A2	(2)	床版	床版下面	400	800	20. 0	1	剥離・欠損・鉄筋露出	断面修復工

## 断面修復工 S=Free

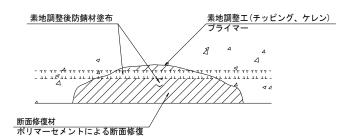

工種	規格	数量	1.0m3当り使用量
素地調整工	チッピング、ケレン、清掃	9.06 m2	
プライマー		9.06 m2	
断面修復材	ポリマーセメントモルタル	0. 21 m2	ロス 1.18含む

### 断面修復範囲図

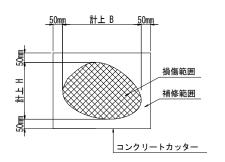

\* B, Hは上下部補修図を参照

凡例	
<b>→→</b>	ひび割れ
0	遊離石灰・さび汁
0	浮き・剥離・剥落・欠損
0	漏水
	鉄筋露出
•	豆板·空洞
0	その他
⊕	舗装ひび割れ


源内橋 ※この図面はA1サイズを原寸とする。

~ _	الطاره	шіжлі	クリスとがりとする。				
工事名			令和元年度 南橋維補 第1号 高茶屋29号橋ほか12橋橋梁長寿命化 修繕(上部工)工事				
施工箇所名			津市高茶屋六丁目ほか8町地内				
図面の種類			断面修復工詳細図				
縮尺			図示	図面番号	16/ 36		
事業所名			津市建設	部津南工	事事務所		

- 1. 断面修復の範囲は、施工前に劣化状況を確認の上決定する事。
- 2. 新たな劣化部が確認された場合は、監督員と協議を行う事。
- 3. 脆弱部は全て撤去する事。
- 4. はつり等に際して、既設鉄筋を損傷しないよう入念に作業を行う事。

# 源内橋 断面修復工詳細図


床版下面

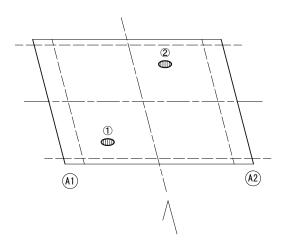

### 損傷状況及び形状寸法


				厚さ (mm)	箇所数	損傷の種類	補修処理工法
床版	床版下面	2000	4000	20. 0	1	剥離・欠損・鉄筋露出	断面修復工
床版	床版下面	400	800	20. 0	1	剥離・欠損・鉄筋露出	断面修復工

## 断面修復工 S=Free

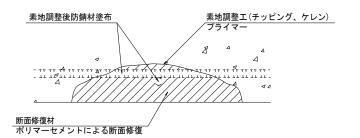

工 種	規格	数量	1.0m3当り使用量
素地調整工	チッピング、ケレン、清掃	9.06 m2	
プライマー		9.06 m2	
断面修復材	ポリマーセメントモルタル	0. 21 m2	ロス 1.18含む

### 断面修復範囲図

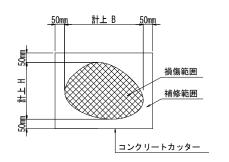

\* B, Hは上下部補修図を参照

凡例	
<b>→→</b>	ひび割れ
0	遊離石灰・さび汁
0	浮き・剥離・剥落・欠損
0	漏水
	鉄筋露出
	豆板·空洞
0	その他
<b>⊕</b>	舗装ひび割れ


源内橋 ※この図面はA1サイズを原寸とする。

.×.∟	の凶に	田はよれ	リイスを除りこ	9 <b>3</b> 。			
I	事	名	令和元年度 南橋維補 第1号 高茶屋29号橋ほか12橋橋梁長寿命化 修繕(上部工)工事				
施工箇所名			津市高茶屋六丁目ほか8町地内				
図面の種類			断面修復工詳細図				
縮尺		尺	図示	図面番号	17/ 36		
事業所名			津市建設部津南工事事務所				


- 1. 断面修復の範囲は、施工前に劣化状況を確認の上決定する事。
- 2. 新たな劣化部が確認された場合は、監督員と協議を行う事。
- 3. 脆弱部は全て撤去する事。
- 4. はつり等に際して、既設鉄筋を損傷しないよう入念に作業を行う事。

# 116-1号橋 橋梁補修一般図


<u>側面図</u> S=1:50

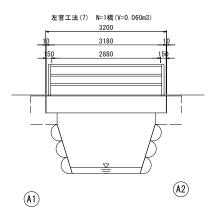

断面図 S=1:30

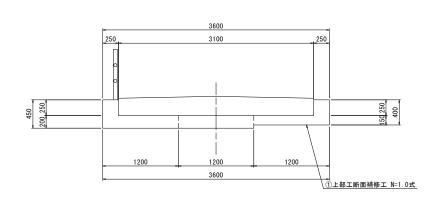

平面図 S=1:50

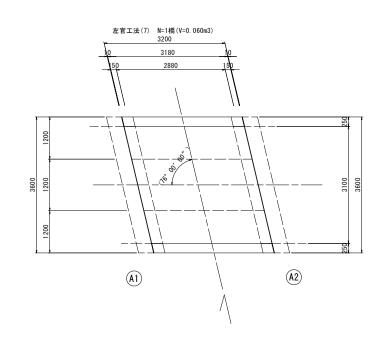


	設 計 条 件
型 式	単純RC床版橋
橋 長	3. 200m
桁 長	3. 180m
支 間 長	2. 880m
総幅員	3. 600m
有効幅員	3. 100m
舗 装	アスファルト舗装
斜 角	左 76°00'00"

1 1 6 - 1 号橋 ※この図面はA1サイズを原寸とする

※この図面はA1サイズを原寸とする。						
工事名	令和元年度 南橋維補 第1号 高茶屋29号橋ほか12橋橋梁長寿命化 修繕(上部工)工事					
施工箇所名	津市高茶屋の	六丁目ほか	8町地内			
図面の種類	橋梁補修一般図					
縮尺	図示	図面番号	18/ 36			
事業所名	津市建設	部津南工	事事務所			

# 116-1号橋 断面修復工詳細図




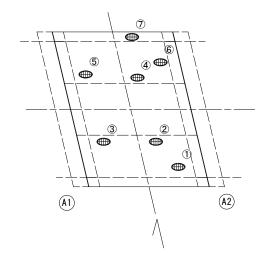

### 損傷状況及び形状寸法


径間位置	箇所番号	主桁番号 下部工番号	箇所位置	幅 (mm)	長さ (mm)	厚さ (mm)	箇所数	損傷の種類	補修処理工法
	1	床版	床版下面	300	400	30. 0	1	剥離・欠損・鉄筋露出	断面修復工
	2	床版	床版下面	200	800	20. 0	1	剥離・欠損・鉄筋露出	断面修復工
	(3)	床版	床版下面	150	800	20. 0	1	剥離・欠損・鉄筋露出	断面修復工
A1-A2	4	床版	床版下面	300	800	15. 0	1	剥離・欠損・鉄筋露出	断面修復工
	(5)	床版	床版下面	200	600	15. 0	1	剥離・欠損・鉄筋露出	断面修復工
	6	床版	床版下面	400	600	30. 0	1	剥離・欠損・鉄筋露出	断面修復工
	(7)	床版	床版下面	500	1300	30.0	1	剥離・欠損・鉄筋露出	断面修復工

## 断面修復工 S=Free

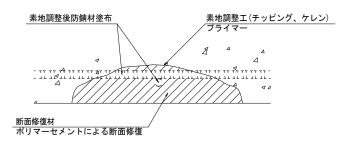

工種	規 格	数量	1.0m3当り使用量
素地調整工	チッピング、ケレン、清掃	2. 46 m2	
プライマー		2. 46 m2	
断面修復材	ポリマーセメントモルタル	0. 07 m2	ロス 1.18含む

### 断面修復範囲図

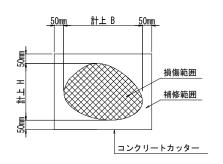

\* B, Hは上下部補修図を参照

凡例	
~>>	ひび割れ
0	遊離石灰・さび汁
0	浮き・剥離・剥落・欠損
0	漏水
	鉄筋露出
•	豆板·空洞
	その他
→	舗装ひび割れ

### 1 1 6 - 1 号橋 ※この図面はA1サイズを原せ


жz(	の図記	面はA1	サイズを原寸と	する。			
Н	事	名	令和元年度 南橋維補 第1号 高茶屋29号橋ほか12橋橋梁長寿命化 修繕(上部工)工事				
施コ	- 箇月	斤名	津市高茶屋六丁目ほか8町地内				
図面の種類			断面修復工詳細図				
縮尺			図示	図面番号	19/ 36		
事	業所	名	津市建設	部津南工	事事務所		

### (注記


- 1. 断面修復の範囲は、施工前に劣化状況を確認の上決定する事。
- 2. 新たな劣化部が確認された場合は、監督員と協議を行う事。
- 3. 脆弱部は全て撤去する事。
- 4. はつり等に際して、既設鉄筋を損傷しないよう入念に作業を行う事。

# 2067-1号橋 橋梁補修一般図




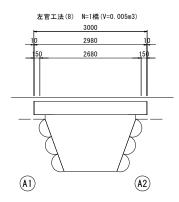

<u>断面図</u> S=1:30

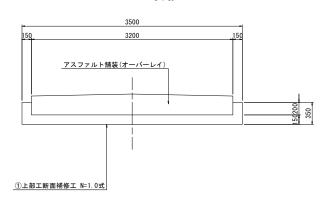

平面図 S=1:50

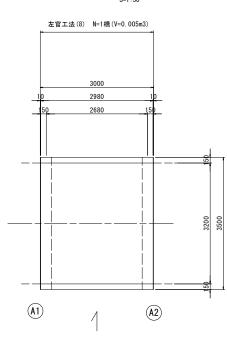


	設計条件
型 式	単純RC床版橋
橋 長	3. 000m
桁 長	2. 980m
支 間 長	2. 680m
総幅員	3. 500m
有効幅員	3. 200m
舗装	アスファルト舗装
斜 角	90° 00' 00"

2067-1号橋 ※この図面はA1サイズを原寸とする。

※この図面は#	※この図面はA1サイズを原寸とする。					
工 事 名	マイス 中枢					
施工箇所名 津市高茶屋六丁目ほか8町地内			8町地内			
図面の種類	橋梁補修一般図					
縮尺	図示	図面番号	20/ 36			
事業所名	津市建設	部津南工	事事務所			

# 2067-1号橋 断面修復工詳細図


下流側床版側面 8=1:50

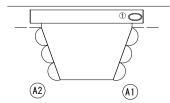

### 損傷状況及び形状寸法


径間位置	箇所番号	主桁番号 下部工番号	箇所位置	幅 (mm)	長さ (mm)	厚さ (mm)	箇所数	損傷の種類	補修処理工法
A1-A2	1	床版	下流側床版側面	400	100	50. 0	1	欠損	断面修復工
A I –AZ	,								

## 断面修復工 S=Free

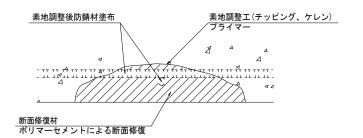

エ種	規 格	数量	1.0m3当り使用量
素地調整工	チッピング、ケレン、清掃	0. 10 m2	
プライマー		0. 10 m2	
断面修復材	ポリマーセメントモルタル	0. 01 m2	1.18m3(ロス 1.18)

### 断面修復範囲図

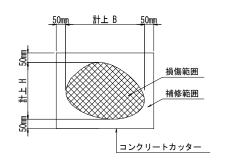

\* B, Hは上下部補修図を参照

凡例	
→>>	ひぴ割れ
0	遊離石灰・さび汁
0	浮き・剥離・剥落・欠損
0	漏水
	鉄筋露出
•	豆板·空洞
	その他
↔	舗装ひび割れ


2067-1号橋 ※この図面はA1サイズを原寸とする。


~						
ェ	事 名	令和元年度 南橋維補 第1号 高茶屋29号橋ほか12橋橋梁長寿命化 修繕(上部工)工事				
施工	.箇所名	津市高茶屋六丁目ほか8町地内				
図面	iの種類	断面修復工詳細図				
縮	尺	図示	図面番号	21/ 36		
事	業所名	津市建設部津南工事事務所				

### (注記

- 1. 断面修復の範囲は、施工前に劣化状況を確認の上決定する事。
- 2. 新たな劣化部が確認された場合は、監督員と協議を行う事。
- 3. 脆弱部は全て撤去する事。
- 4. はつり等に際して、既設鉄筋を損傷しないよう入念に作業を行う事。


# 大谷橋 橋梁補修一般図

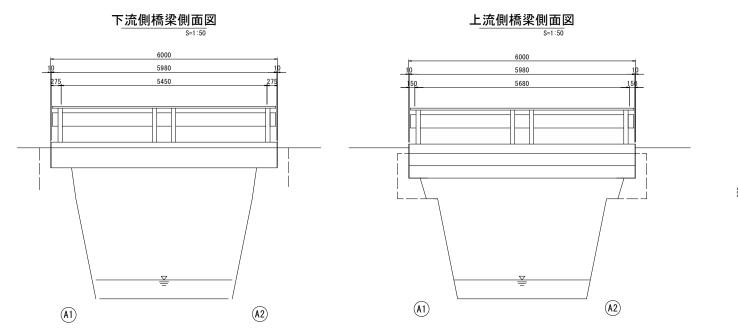

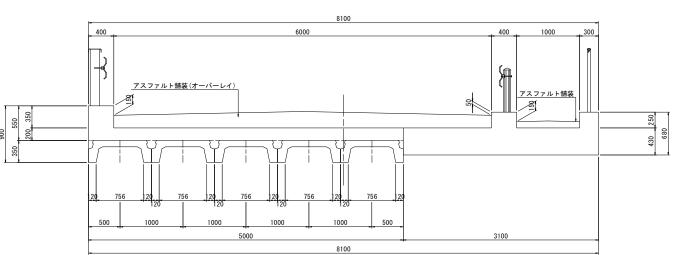

<u>断面図</u> S=1:30



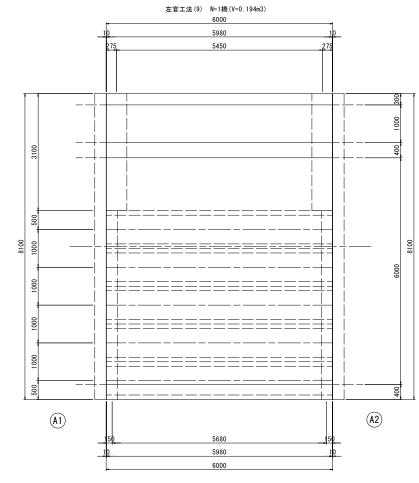


	設計条件		
型式	単純RC床版橋+単純CTスラブ桁		
橋 長	6. 000m		
桁 長	5. 980m		
支 間 長	5. 680m, 5. 450m		
総幅員	8. 100m		
有効幅員	車道6.000m+歩道1.000m		
舗装	アスファルト舗装		
斜 角	90° 00' 00"		

大谷橋 ※この図面はA1サイズを原寸とる

	※この図面はA1サイズを原寸とする。						
	マ和元年度 南橋維補 第1号 高茶屋29号橋ほか12橋橋梁長寿命化 修繕(上部工)工事						
施工箇所名 津市高茶屋六丁目ほ			た丁目ほか	8町地内			
	図面の	種類	橋梁補修一般図				
	縮尺		図示	図面番号	22/ 36		
	事業	听名	津市建設	:部津南工	事事務所		

# 大谷橋 断面修復工詳細図


<u>桁下面</u> S=1:50

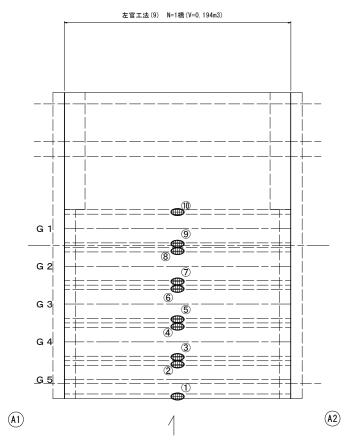

### 損傷状況及び形状寸法


径間位置	箇所番号	主桁番号 下部工番号	箇所位置	幅 (mm)	長さ (mm)	厚さ (mm)	箇所数	損傷の種類	補修処理工法
	1	G5主桁	桁下面	120	4000	20. 0	1	剥離・欠損・鉄筋露出	断面修復工
	2	G5主桁	桁下面	120	2000	20. 0	1	剥離・欠損・鉄筋露出	断面修復工
	(3)	G4主桁	桁下面	120	2000	20. 0	1	剥離・欠損・鉄筋露出	断面修復工
	4	G4主桁	桁下面	120	4000	30. 0	1	剥離・欠損・鉄筋露出	断面修復工
A1-A2	(5)	G3主桁	桁下面	120	4000	30. 0	1	剥離・欠損・鉄筋露出	断面修復工
AI-AZ	6	G3主桁	桁下面	120	4500	20. 0	1	剥離・欠損・鉄筋露出	断面修復工
	7)	G2主桁	桁下面	120	4500	20. 0	1	剥離・欠損・鉄筋露出	断面修復工
	(8)	G2主桁	桁下面	120	5500	20. 0	1	剥離・欠損・鉄筋露出	断面修復工
	9	G1主桁	桁下面	120	5500	20. 0	1	剥離・欠損・鉄筋露出	断面修復工
	(10)	G1主桁	桁下面	120	3000	20. 0	1	剥離・欠損・鉄筋露出	断面修復工

## 断面修復工 S=Free

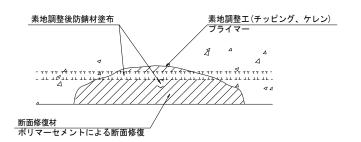

工 種	規 格	数量	1.0m3当り使用量
素地調整工	チッピング、ケレン、清掃	8. 78 m2	
プライマー		8. 78 m2	
断面修復材	ポリマーセメントモルタル	0. 23 m2	ロス 1.18含む

### 断面修復範囲図

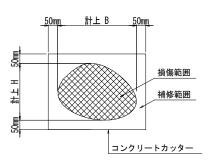

\* B, Hは上下部補修図を参照


凡例	
<b>→→</b>	ひび割れ
	遊離石灰・さび汁
0	浮き・剥離・剥落・欠損
0	漏水
	鉄筋露出
•	豆板·空洞
	その他
↔	舗装ひび割れ


### 大谷橋

※この図面はA1サイズを原寸とする。				
令和元年度 南橋維補 第1号 高茶屋29号橋ほか12橋橋梁長寿命化 修繕(上部工)工事				
施工箇所	名	津市高茶屋を	た丁目ほか	8町地内
図面の種類	頃	断面修復工詳細図		
縮尺	į	図示	図面番号	23/ 36
事業所名		津市建設	部津南工	事事務所

- 1. 断面修復の範囲は、施工前に劣化状況を確認の上決定する事。
- 2. 新たな劣化部が確認された場合は、監督員と協議を行う事。
- 3. 脆弱部は全て撤去する事。
- 4. はつり等に際して、既設鉄筋を損傷しないよう入念に作業を行う事。

# 大谷橋 足場参考図

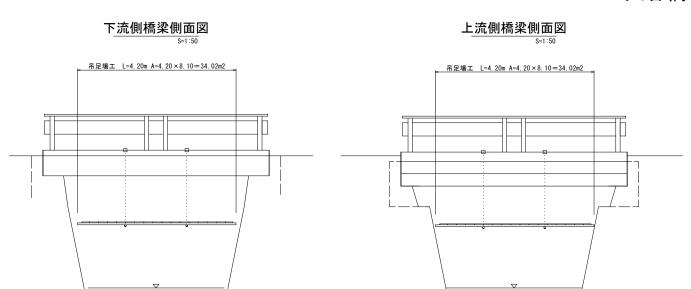

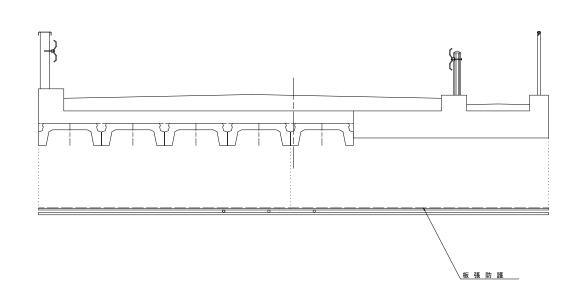


<u>断面図</u> S=1:30

平面図 S=1:50

(A2)

(A1)


(A1)

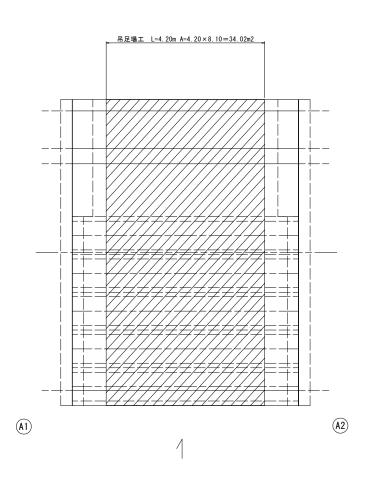


大谷橋 ※この図面はA1サイズを原寸とす

<b>※この図面はA1</b>	※この図面はA1サイズを原寸とする。					
マ和元年度 南橋維補 第1号 高茶屋29号橋ほか12橋橋梁長寿命化 修繕(上部工)工事						
施工箇所名 津市高茶屋六丁目ほか8町地内						
図面の種類	足場	参考図				
縮 尺 図示 図面番号 24/36						
事業所名	津市建設部津南工事事務所					

# 深谷橋 橋梁補修一般図

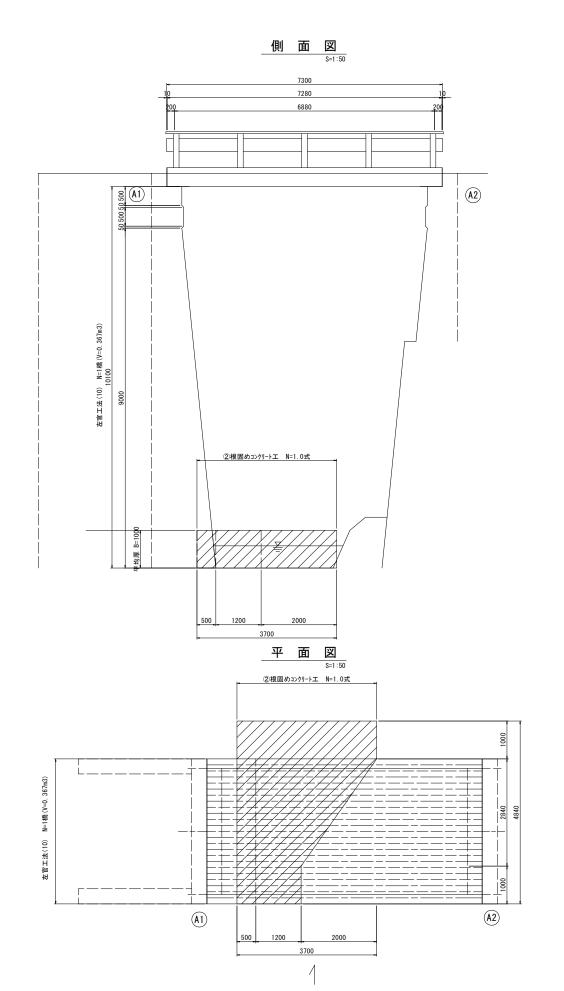

### 断面図 S=1:30

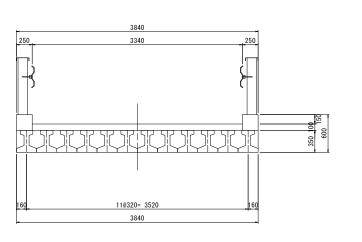

	設 計 条 件			
型 式	単純PCI桁スラブ橋			
橋 長	7. 300m			
桁 長	7. 280m			
支 間 長	6. 880m			
総幅員	3. 840m			
有効幅員	3. 340m			
舗装	コンクリート舗装(床版)			
斜 角	90° 00' 00"			


深谷橋 ※この図面はA1サイズを原寸とする。

※この図面はA1サイズを原寸とする。					
マ和元年度 南橋維補 第1号 高茶屋29号橋ほか12橋橋梁長寿命化 修繕(上部工)工事					
施工箇所名 津市高茶屋六丁目ほか8町地内					
図面の種類	橋梁補	修一般図			
縮 尺 図示 図面番号 25/36					
事業所名   津市建設部津南工事事務所					


## 深谷橋 断面修復工詳細図

\_\_\_損傷状況及び形状寸法\_\_

A 1 橋台正面図

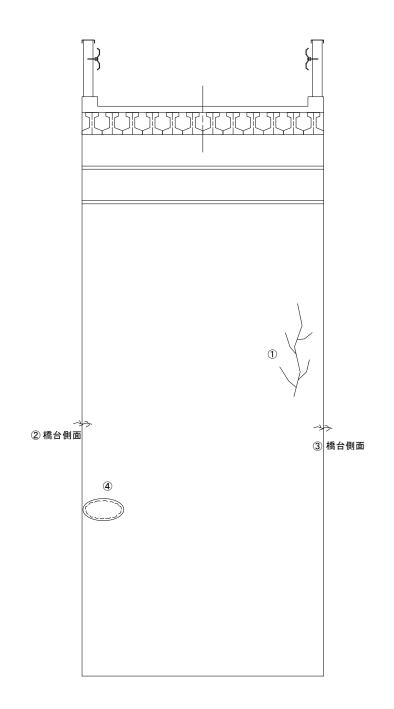


### 断面修復工\_S=Free\_

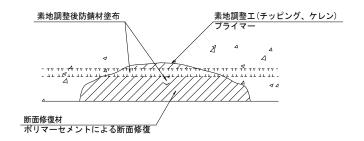

工種	規 格	数量	1.0m3当り使用量
素地調整工	チッピング、ケレン、清掃	3.67 m2	
プライマー		3.67 m2	
断面修復材	ポリマーセメントモルタル	0.43 m2	1.18m3(ロス 1.18)

### 断面修復範囲図

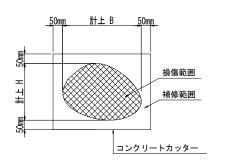

\* B, Hは上下部補修図を参照

凡例	
<b>→→</b>	ひび割れ
0	遊離石灰・さび汁
0	浮き・剥離・剥落・欠損
0	漏水
	鉄筋露出
•	豆板·空洞
0	その他
⊕	舗装ひび割れ

### (注記)

補修処理工法

断面修復工


断面修復工 断面修復工

- 1. 断面修復の範囲は、施工前に劣化状況を確認の上決定する事。
- 2. 新たな劣化部が確認された場合は、監督員と協議を行う事。
- 3. 脆弱部は全て撤去する事。
- 4. はつり等に際して、既設鉄筋を損傷しないよう入念に作業を行う事。


### 深谷橋 ※この図面はA1サイズを原寸とする。

※この図面はATサイスを原寸とする。						
工 事 名	令和元年度 南橋維補 第1号 高茶屋29号橋ほか12橋橋梁長寿命化 修繕(上部工)工事					
施工箇所名 津市高茶屋六丁目ほか8町地内						
図面の種類	断面修行	复工詳細図	₹			
縮尺	図示	図面番号	26/ 36			
事業所名	津市建設	部津南工	事事務所			

# 深谷橋 仮設参考図

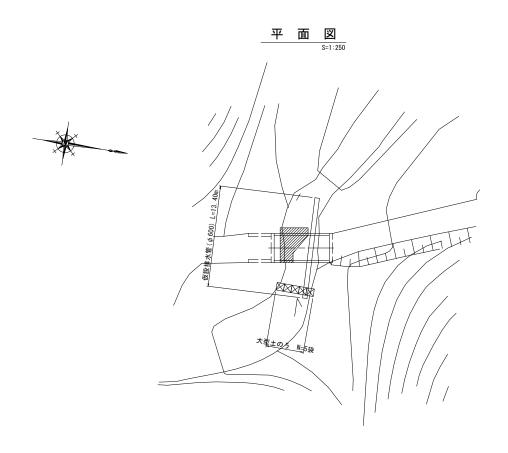

上流側断面図 8=1:50

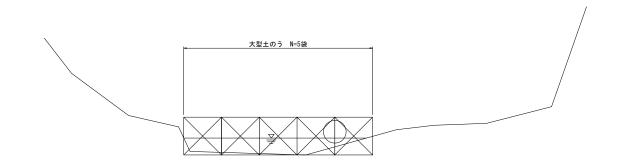


深谷橋 ※この図面はA1サイズを原寸とする。


※この図画はAI	※Cの区面はATリイスを示りこする。					
工 事 名	令和元年度 南橋維補 第1号 名 高茶屋29号橋ほか12橋橋梁長寿命化 修繕(上部工)工事					
施工箇所名 津市高茶屋六丁目ほか8町地内						
図面の種類	仮設参考図					
縮尺	図示 図面番号 27/36					
事業所名	津市建設部津南工事事務所					

# 頭越橋 橋梁補修一般図



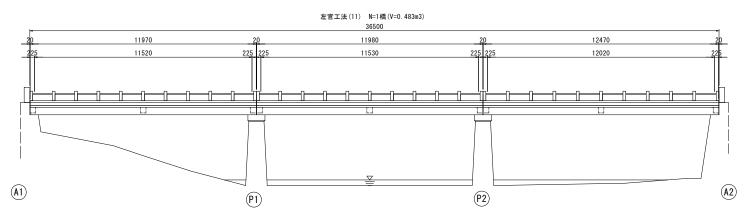

# 断面図 S=1:30

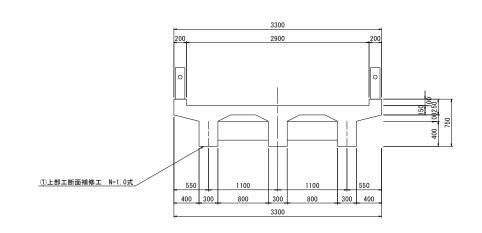

# 平面図 S=1:100


				左官工法(11) N=1橋(V=0.483m3)			
	<del> -</del>			36500			<del></del>
	20	11970	20	11980		12470	<u>20</u>
	<u> 225</u>	11520	225 225	11530	225 225	12020	225
00	- <del></del>						
2900	<u> </u>						\
2 33							33
- N	<del></del>						
	<b>(A1)</b>		(P1)		(P2)		(A2)

	設計条件					
型式	単純RCT桁橋	_				
橋 長	36. 500m					
桁 長	11. 970m~12. 470m					
支 間 長	11. 520m~12. 020m	_				
総幅員	3. 300m					
有効幅員	2. 900m	_				
舗装	コンクリート舗装 (床版)	_				
斜 角	90° 00' 00"	_				

	※この図面はA1サイズを原寸とする。						
	マルス マイス マイス マイス マイス マイス マイス マイス マイス マイス マイ						
	施工箇所名 津市高茶屋六丁目ほか8町地内						
	図面	の種類	橋梁補	修一般図			
	縮 尺 図示 図面番号 28/36						
事業所名 津市建設部津南工事				事事務所			

# 頭越橋 断面修復工詳細図


析 下 面 S=1:50

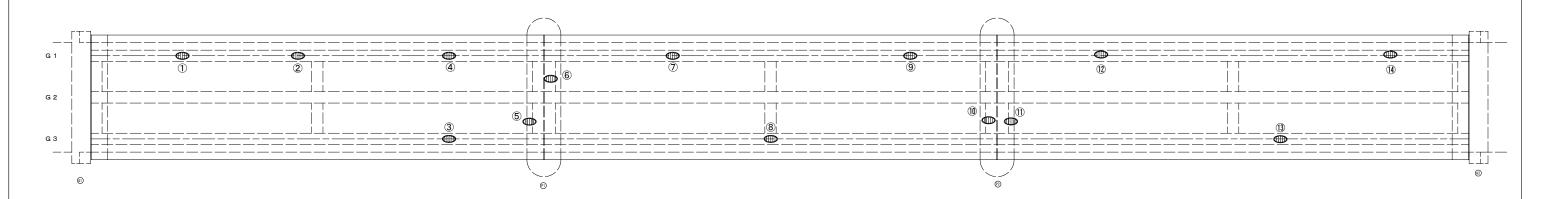

### 損傷状況及び形状寸法


径間位置	箇所番号	主桁番号 下部工番号	箇所位置	幅 (mm)	長さ (mm)	厚さ (mm)	箇所数	損傷の種類	補修処理工法
	1)	G 1主桁	桁下面	300	1500	20. 0	1	剥離・欠損・鉄筋露出	断面修復工
	2	G 1 主桁	桁下面	300	1500	20. 0	1	剥離・欠損・鉄筋露出	断面修復工
A1-P1	3	G3主桁	桁下面	300	500	30. 0	1	剥離・欠損・鉄筋露出	断面修復工
,	4	G 1 主桁	桁下面	300	800	20. 0	1	剥離・欠損・鉄筋露出	断面修復工
	(5)	G2·G3間模桁	桁側面	300	850	40. 0	1	剥離・欠損・鉄筋露出	断面修復工
	6	G 1 · G 2 間横桁	桁側面	200	300	20. 0	1	剥離・欠損・鉄筋露出	断面修復工
	7	G 1 主桁	桁下面	300	2000	20. 0	1	剥離・欠損・鉄筋露出	断面修復工
P1-P2	8)	G3主桁	桁下面	300	1400	20. 0	1	剥離・欠損・鉄筋露出	断面修復工
	9	G 1 主桁	桁下面	300	11500	40. 0	1	剥離・欠損・鉄筋露出	断面修復工
	(10)	G2·G3間模桁	桁側面	850	250	20. 0	1	剥離・欠損・鉄筋露出	断面修復工
	(1)	G2·G3間模桁	桁側面	300	150	20. 0	1	剥離・欠損・鉄筋露出	断面修復工
	(12)	G 1 主桁	桁下面	300	1000	50.0	1	剥離・欠損・鉄筋露出	断面修復工
P2-A2	(13)	G3主桁	桁下面	300	6000	40. 0	1	剥離・欠損・鉄筋露出	断面修復工
	(14)	G 1 主桁	桁下面	300	5000	40. 0	1	剥離・欠損・鉄筋露出	断面修復工

### 断面修復工 S=Free

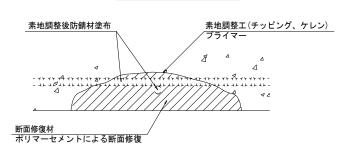

工種	規格	数量	1.0m3当り使用量
素地調整工	チッピング、ケレン、清掃	13.81 m2	
プライマー		13.81 m2	
断面修復材	ポリマーセメントモルタル	0. 57 m2	ロス 1.18含む

### 断面修復範囲図

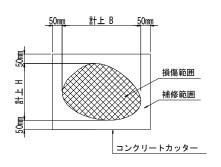

\* B, Hは上下部補修図を参照

凡例	
<b>→→</b>	ひび割れ
0	遊離石灰・さび汁
0	浮き・剥離・剥落・欠損
0	漏水
◍	鉄筋露出
	豆板·空洞
	その他
↔	舗装ひび割れ
•	


※この図面はA1サイズを原寸とする。

ACの四面はATライスとかりとする。					
工事名	令和元年度 南橋維補 第1号 高茶屋29号橋ほか12橋橋梁長寿命化 修繕(上部工)工事				
施工箇所名 津市高茶屋六丁目ほか8町地内					
図面の種類	断面修	復工詳細図	₹		
縮尺	図示 図面番号 29/36				
事業所名	津市建設	部津南工	事事務所		


- 1. 断面修復の範囲は、施工前に劣化状況を確認の上決定する事。
- 2. 新たな劣化部が確認された場合は、監督員と協議を行う事。
- 3. 脆弱部は全て撤去する事。
- 4. はつり等に際して、既設鉄筋を損傷しないよう入念に作業を行う事。

# 頭越橋 足場参考図


側 面 図 S=1:100

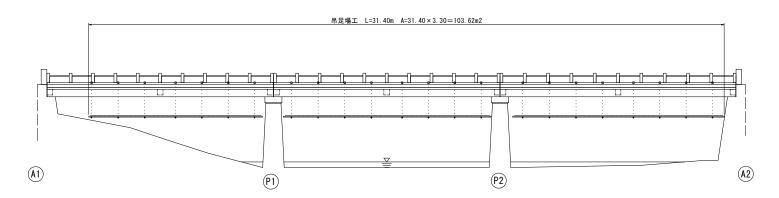

断面図 S=1:30

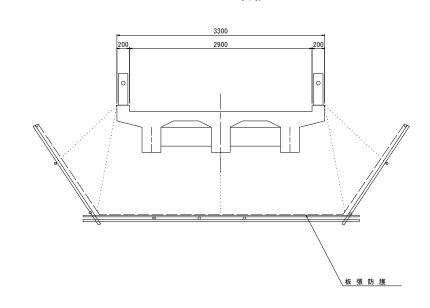


<u>平面</u>図 S=1:100

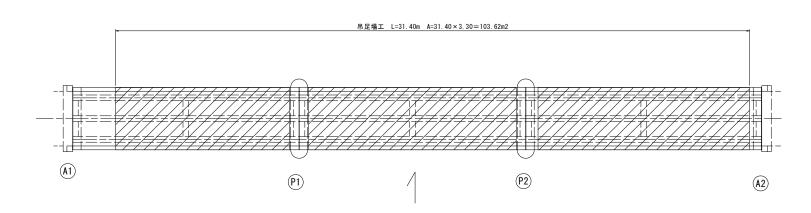



※この図面はATサイスを原寸とする。					
工 事 名	令和元年度 南橋維補 第1号 高茶屋29号橋ほか12橋橋梁長寿命化 修繕(上部工)工事				
施工箇所名 津市高茶屋六丁目ほか8町地内					
図面の種類	足場	参考図			
縮尺	図示 図面番号 30/36				
事業所名 津市建設部津南工事事務所					

# 折戸橋 橋梁補修一般図

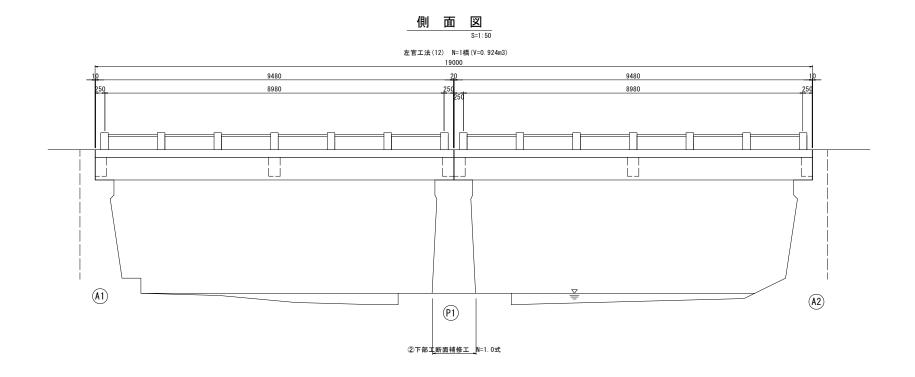

断面図 S=1:30

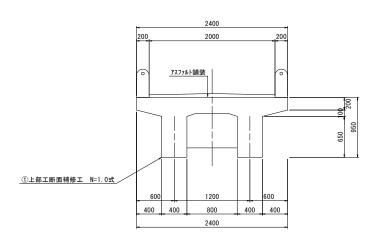

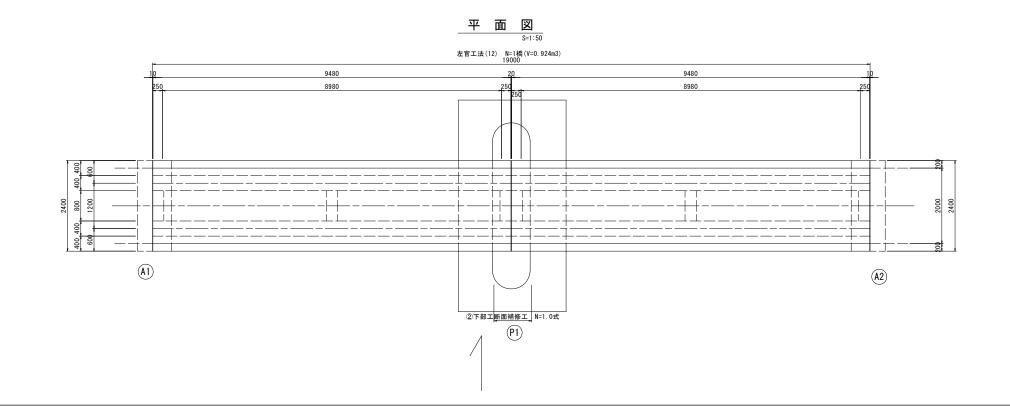


	設 計 条 件			
型式	単純RCT桁橋			
橋 長	19. 000m			
桁 長	2@9. 480m			
支 間 長	2@8. 980m			
総幅員	2. 400m			
有効幅員	2. 000m			
舗装	アスファルト舗装			
斜 角	90° 00' 00"			

折戸橋 ※この図面はA1サイズを原寸とす


※この図面はA1サイズを原寸とする。					
工 事 名	令和元年度 南橋維補 第1号 高茶屋29号橋ほか12橋橋梁長寿命化 修繕(上部工)工事				
施工箇所名	施工箇所名 津市高茶屋六丁目ほか8町地内				
図面の種類	橋梁補	修一般図			
縮尺	図示 図面番号 31/36				
事業所名	津市建設	部津南工	事事務所		

## 折戸橋 断面修復工詳細図



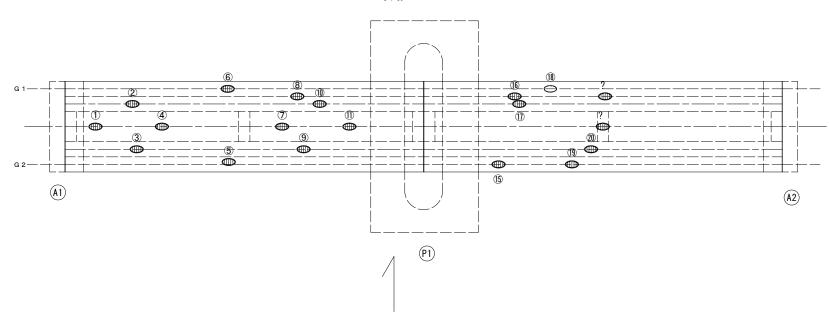




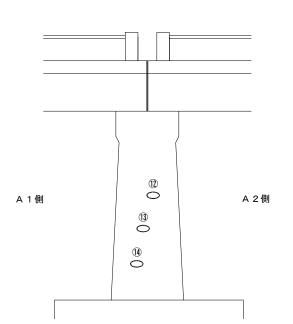

### 損傷状況及び形状寸法


径間位置	箇所番号	主桁番号 下部工番号	箇所位置	幅 (mm)	長さ (mm)	厚さ (mm)	箇所数	損傷の種類	補修処理工法
	1	G 1 · G 2 主桁間	桁間	300	400	20.0	1	剥離・欠損・鉄筋露出	断面修復工
	2	G 1 主桁	桁下面	400	4000	40.0	1	剥離・欠損・鉄筋露出	断面修復工
	3	G 2 主桁	桁下面	400	1000	30.0	1	剥離・欠損・鉄筋露出	断面修復工
	4	G 1 · G 2 主桁間	桁間	800	3000	30.0	1	剥離・欠損・鉄筋露出	断面修復工
	(5)	G 2 主桁	桁側面	400	3000	30.0	1	剥離・欠損・鉄筋露出	断面修復工
	6	床版	床版下面	400	1000	30.0	1	剥離・欠損・鉄筋露出	断面修復工
A1-P1	7	G 1 · G 2 主桁間	桁間	800	1000	20. 0	1	剥離・欠損・鉄筋露出	断面修復工
AI-PI	8	G 1主桁	桁側面	650	4500	40.0	1	剥離・欠損・鉄筋露出	断面修復工
	9	G 2 主桁	桁下面	400	3000	40.0	1	剥離・欠損・鉄筋露出	断面修復工
	(10)	G 1 · G 2 主桁間	桁間	400	1400	20.0	1	剥離・欠損・鉄筋露出	断面修復工
	(11)	G 1 · G 2 主桁間	桁間	600	600	30.0	1	剥離・欠損・鉄筋露出	断面修復工
	(12)	P 1 橋脚	橋脚上流部側面	200	300	100.0	1	欠損	断面修復工
	(13)	P 1 橋脚	橋脚上流部側面	200	800	150.0	1	欠損	断面修復工
	(14)	P 1 橋脚	橋脚上流部側面	200	1000	70.0	1	欠損	断面修復工
	(15)	床版	床版下面	200	300	30.0	1	剥離・欠損・鉄筋露出	断面修復工
	(16)	G 1主桁	桁側面	800	2000	20.0	1	剥離・欠損・鉄筋露出	断面修復工
	(17)	G 1主桁	桁下面	400	2000	30.0	1	剥離・欠損・鉄筋露出	断面修復工
P1-A2	(18)	床版	床版下面	300	600	50.0	1	欠損	断面修復工
rı-AZ	(19)	床版	床版下面	400	500	40.0	1	剥離・欠損・鉄筋露出	断面修復工
	(20)	G 2 主桁	桁下面	400	6000	30.0	1	剥離・欠損・鉄筋露出	断面修復工
	(21)	G 1 · G 2 主桁間	中間横桁	300	800	20.0	1	剥離・欠損・鉄筋露出	断面修復工
	(22)	G 1 主桁	桁側面	800	4000	40. 0	1	剥離・欠損・鉄筋露出	断面修復工

## 断面修復工 S=Free

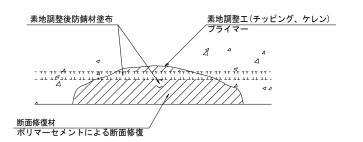

工 種	規 格	数量	1.0m3当り使用量
素地調整工	チッピング、ケレン、清掃	26. 380 m2	
プライマー		26. 380 m2	
断面修復材	ポリマーセメントモルタル	1.085 m2	1.18m3(ロス 1.18)

### 断面修復範囲図

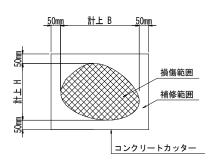

\* B, Hは上下部補修図を参照


凡例	I
<b>→→</b>	ひび割れ
0	遊離石灰・さび汁
0	浮き・剥離・剥落・欠損
0	漏水
•	鉄筋露出
•	豆板·空洞
0	その他
↔	舗装ひび割れ

※この図面はA1サイズを原寸とする。					
工 事 名	令和元年度 南橋維補 第1号 高茶屋29号橋ほか12橋橋梁長寿命化 修繕(上部工)工事				
施工箇所名 津市高茶屋六丁目ほか8町地内					
図面の種類	断面修	復工詳細図	₫		
縮尺	図示 図面番号 32/36				
事業所名 津市建設部津南工事事務所					


- 1. 断面修復の範囲は、施工前に劣化状況を確認の上決定する事。
- 2. 新たな劣化部が確認された場合は、監督員と協議を行う事。
- 3. 脆弱部は全て撤去する事。
- 4. はつり等に際して、既設鉄筋を損傷しないよう入念に作業を行う事。

折戸橋 足場参考図


<u>側面図</u> S=1:50

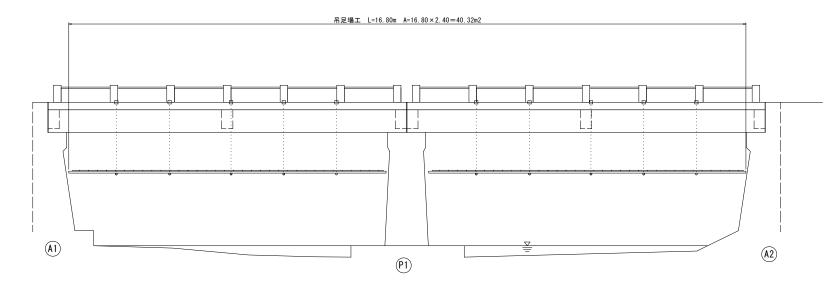

断面図 S=1:30

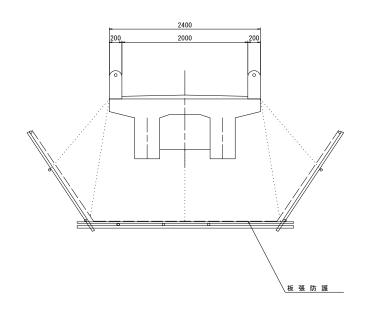

平面図 S=1:50

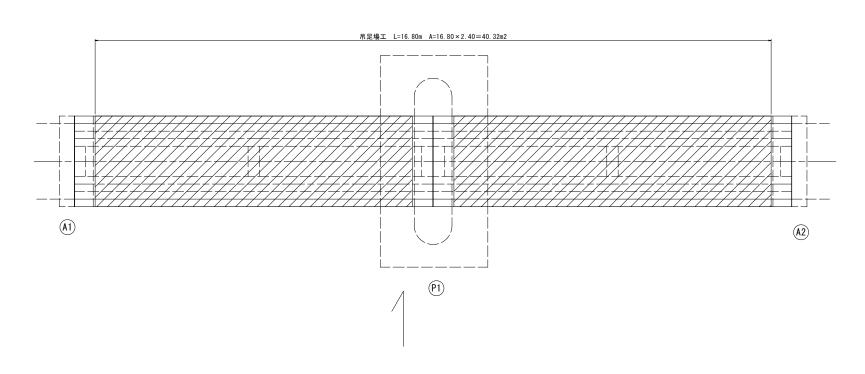

折戸橋 ※この図面はA1サイズを原寸とっ


※この図面はA1サイズを原寸とする。					
工事名	令和元年度 南橋維補 第1号 高茶屋29号橋ほか12橋橋梁長寿命化 修繕(上部工)工事				
施工箇所名	施工箇所名 津市高茶屋六丁目ほか8町地内				
図面の種類	足場	参考図			
縮尺	図示 図面番号 33/36				
事業所名   津市建設部津南工事事務所			事事務所		


# 折戸橋 高欄修復工一般図


<u>側面図</u> S=1:50

(市単独工事)


<u>断面図</u> S=1:30

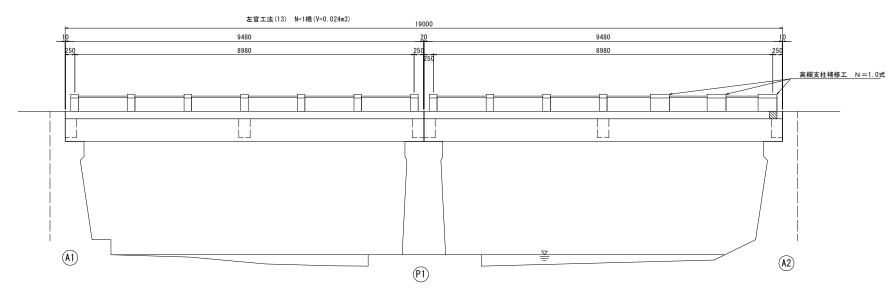

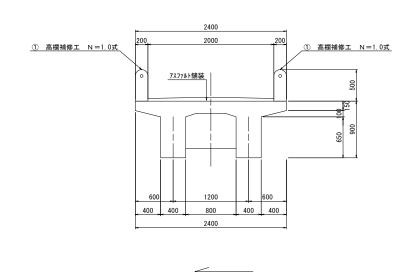

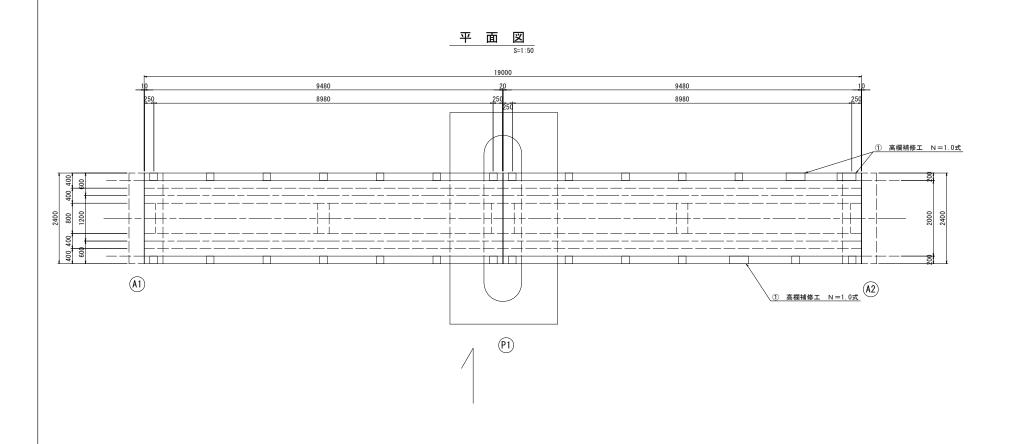

折戸橋(市単独工事) ※この図面はA1サイズを原寸とする。				
工事名	令和元年度 南橋維補 第1号 高茶屋29号橋ほか12橋橋梁長寿命化 修繕(上部工)工事			
施工箇所名 津市高茶屋六丁目ほか8町地内				
図面の種類	高欄修	復工一般図	2	
縮尺	図示 図面番号 34/36			
事業所名   津市建設部津南工事事務所			事事務所	

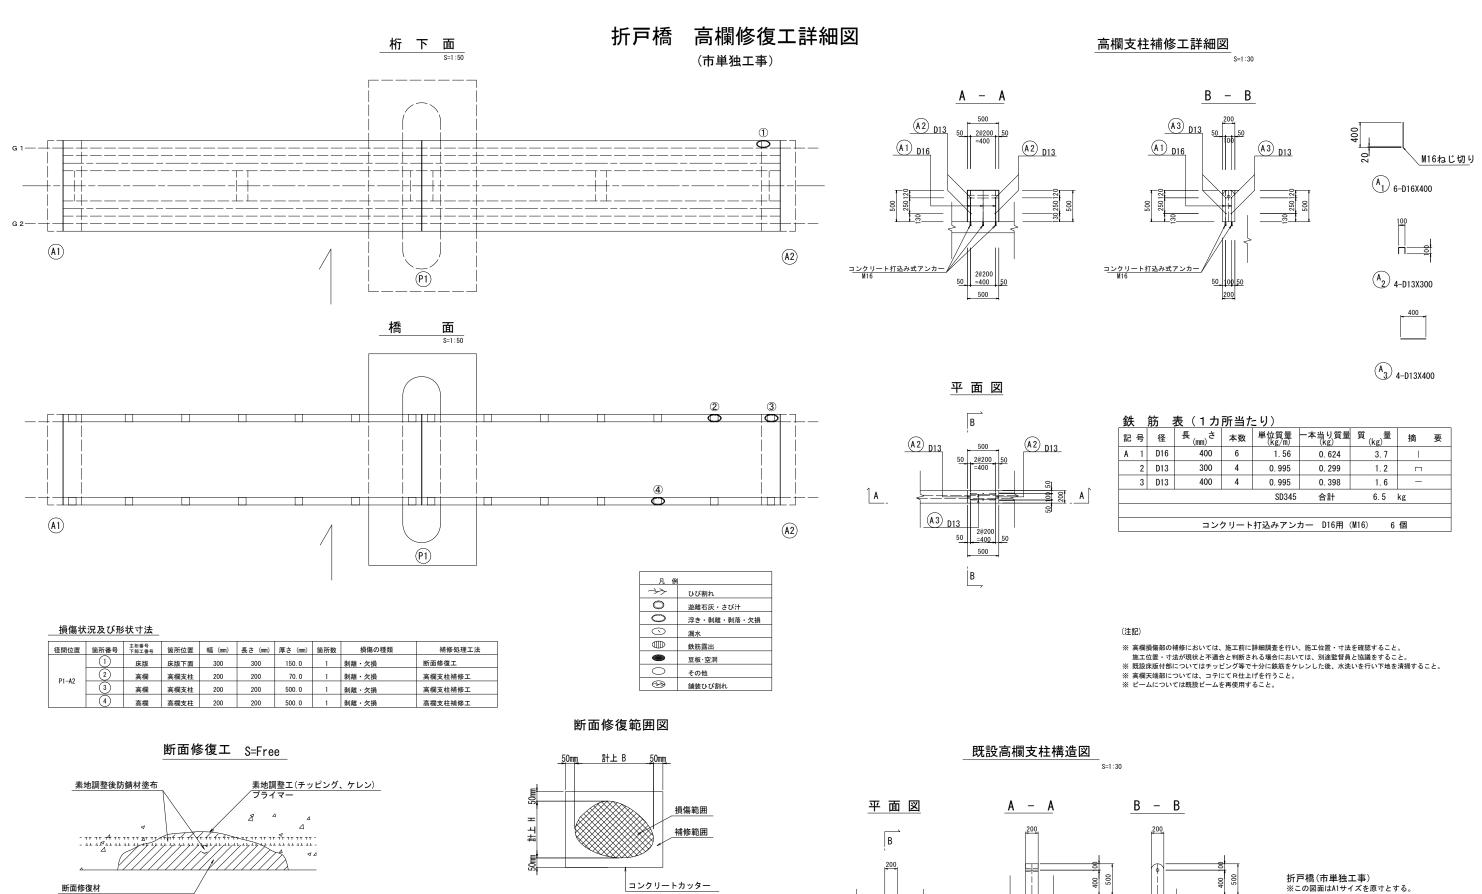


### エ 種 規格 数 量 1.0m3当り使用量 素地調整工 チッピング、ケレン、清掃 26. 380 m2 プライマー 26. 380 m2 断面修復材 ポリマーセメントモルタル 1.085 m2 1.18m3(ロス 1.18)

ポリマーセメントによる断面修復

- 1. 断面修復の範囲は、施工前に劣化状況を確認の上決定する事。
- 2. 新たな劣化部が確認された場合は、監督員と協議を行う事。
- 3. 脆弱部は全て撤去する事。
- 4. はつり等に際して、既設鉄筋を損傷しないよう入念に作業を行う事。

\* B, Hは上下部補修図を参照

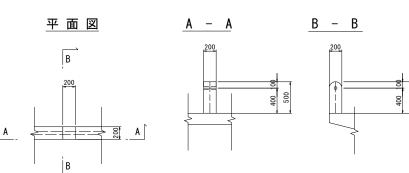


折戸橋(市単独工事)

※この図面はA1サイズを原寸とする。					
工事名	令和元年度 南橋維補 第1号 高茶屋29号橋ほか12橋橋梁長寿命化 修繕(上部工)工事				
施工箇所名	施工箇所名 津市高茶屋六丁目ほか8町地内				
図面の種類	高欄修	復工詳細図	2		
縮 尺 図示 図面番号 35/36					
事業所名  津市建設部津南工事			事事務所		


# 戸木橋 補修橋梁一般図

(市単独工事)

# 側面図

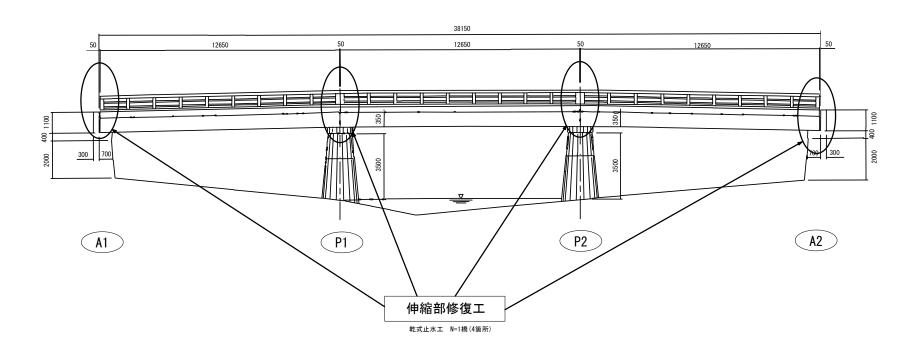

### 平面図 S=1:100

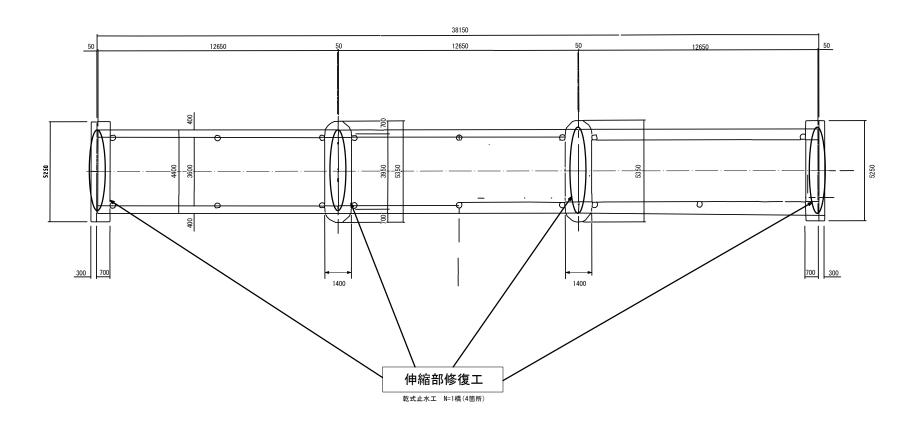

### 戸木橋(市単独工事) ※この図面はA1サイズを原寸と

※この図面はA1サイズを原寸とする。			
工 事 名	令和元年度 南橋維補 第1号 高茶屋29号橋ほか12橋橋梁長寿命化 修繕(上部工)工事		
施工箇所名	津市高茶屋六丁目ほか8町地内		
図面の種類 補修橋梁一般図			
縮尺	図示	図面番号	36/ 36
事業所名   津市建設部津南工事事務所			事事務所