

付近見取図

特記事項

工 事 名

• 津市本庁舎南別棟改修工事

工事場所


・津市 西丸之内 地内


施工条件


- ・工事契約後、速やかに調査及び施工計画書等を作成し、現場着手までに市監督員の承諾を得ること。
- ・工事中の安全計画・消防計画等は、市監督員と十分協議し災害防止に努めること。
- ・特定作業に伴って発生する騒音は低振動・低騒音に努め、騒音規制法に基づき関係機関への届出・打合せの上、作業に着手すること。また、周辺住民からの苦情があった時は、工事を一時中断し、誠意をもって地元調整を行い、工事の再開は市監督員の承認を得てから行うこと。
- ・工事期間中、近隣関係者等へ危害を与えないよう注意し、かつ周辺道路等に資材を落下させたり、ほこ
- り等を飛散させないよう万全の注意を払うこと。 ・工事車両の出入りについては、安全確保に十分配慮すること。
- ・工事単両の出入りについては、安全催保に十分配慮すること。 ・大型車両通行時には誘導員を配置し、通行人及び敷地周辺の安全に十分配慮すること。
- ・工事車両及び工事関係車両は、周辺道路に駐車しないこと。
- ・工事着手前には、現況把握のために、破損箇所等があれば、市監督員立合いのもと写真に記録しておく
- ・工事期間中、工事に起因し、既存施設に破損等を与えた場合は、受注者の責任において速やかに原状
- 復旧するとともに市等を飛散させないよう万全の注意を払うこと。
- ・立体駐車場南側附近にて、古紙回収業務を月1回程度午前中に行うため、支障のないよう配慮すること。 ・設計図書に明記なくとも機能上及び構造上当然必要と認められるもの並びに、取り合いのはつり補修
- 復旧は本工事に含む。
- なお内訳書の数量は参考とし、当図面を優先する。
- ・現場事務所、便所、用水、電力については、既存施設を無償で利用出来る。
- ・現場事務所、使所、用水、電力については、既存施設を無償で利用出来る。 但し、施設運営に影響しないように事前の打ち合わせのうえ、計画し、施工すること。
- ・本工事により発生する廃材は、建設工事に係る資材の再資源化等に関する法律、資源の有効な利用の 促進に関する法律、廃棄物の処理及び清掃に関する法律、その他関係法令によるほか、「建設副産物 適正処理推進要綱」に従い適切に処理し、監督員にマニフェストA、B2、D票を提示すること。


適用基準

- ·国土交通省大臣官房官庁営繕部監修「公共建築工事標準仕様書(建築、電気、機械設備工事編)平成31年版」
- ・国土交通省大臣官房官庁営繕部監修「公共建築改修工事標準仕様書(建築、電気、機械設備工事編)平成31年版」
- · 国工父通省大臣官房官厅宮結部監修「公共建業以修工事標準任禄書(建業、電 · 国土交通省大臣官房官庁営繕部監修「建築工事標準詳細図 平成28年版」
- ·国土交通省大臣官房官庁営繕部監修「公共建築設備工事標準図(電気、機械設備工事編)平成31年版」
- ·国土交通省大臣官房官庁営繕部監修「建築、電気、機械設備工事監理指針 令和元年版」
- ·独立行政法人 建築研究所監修「建築設備耐震設計·施工指針2014年版」

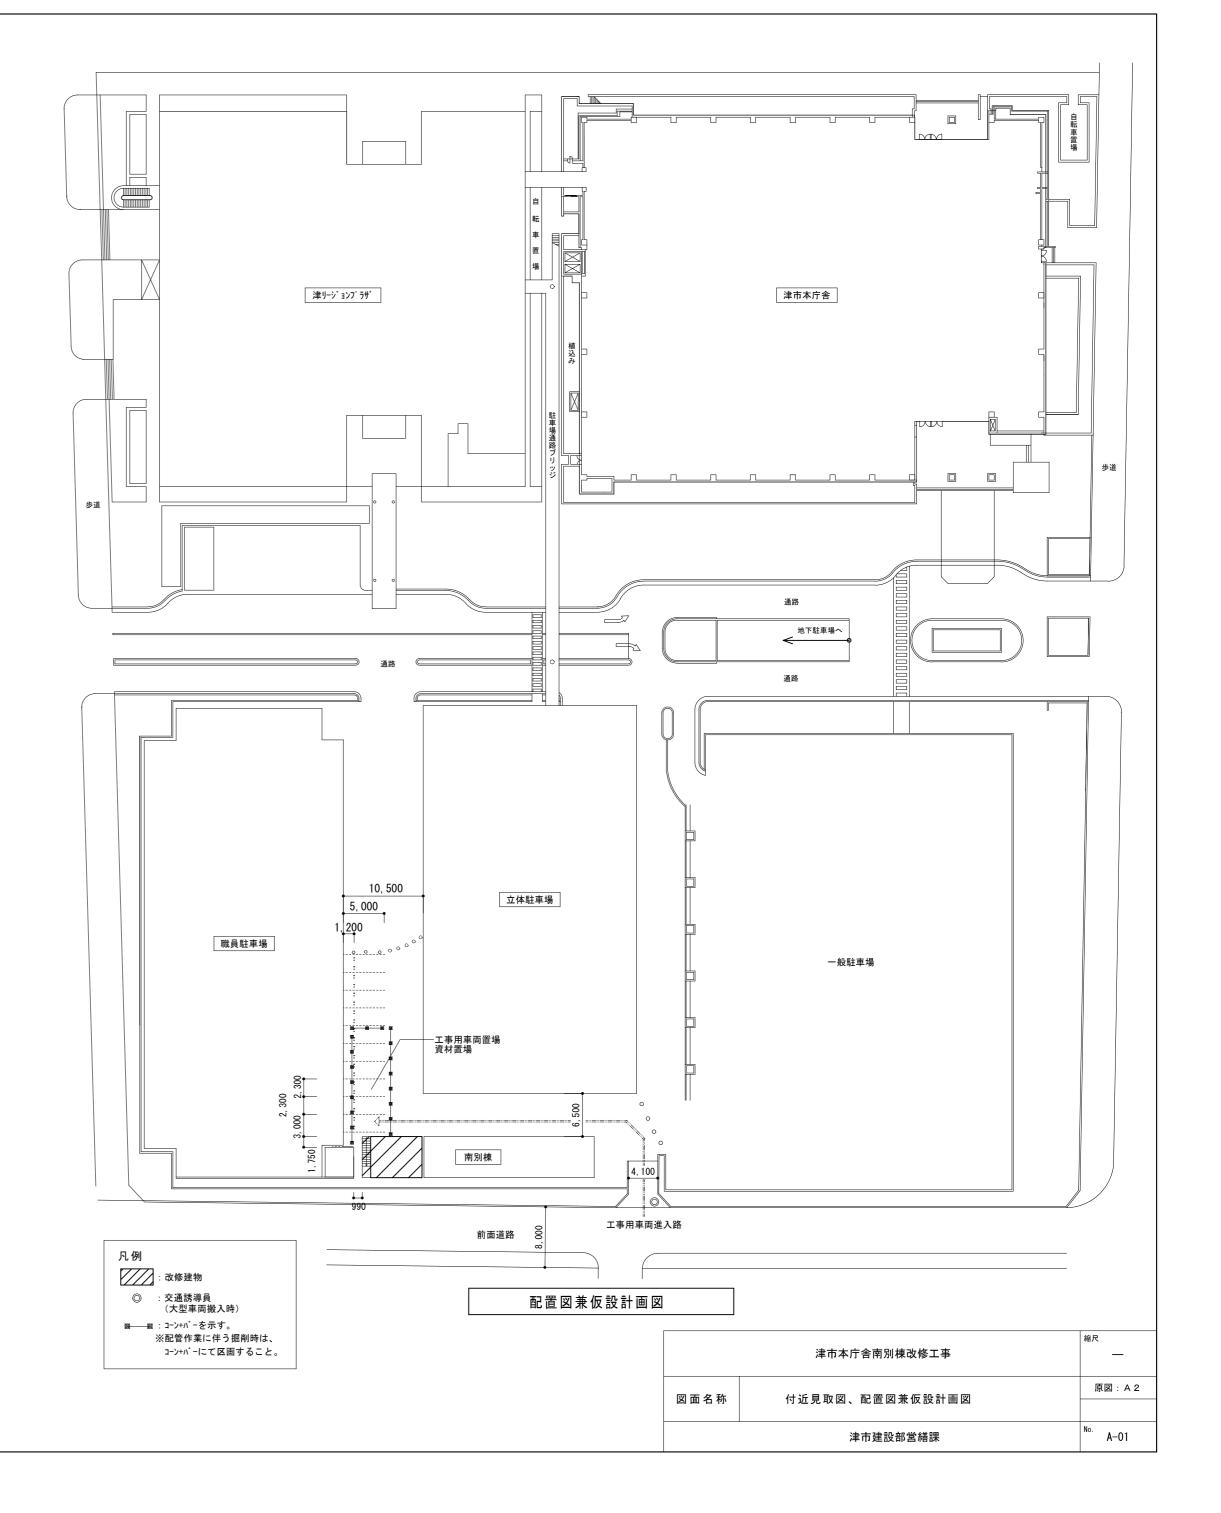


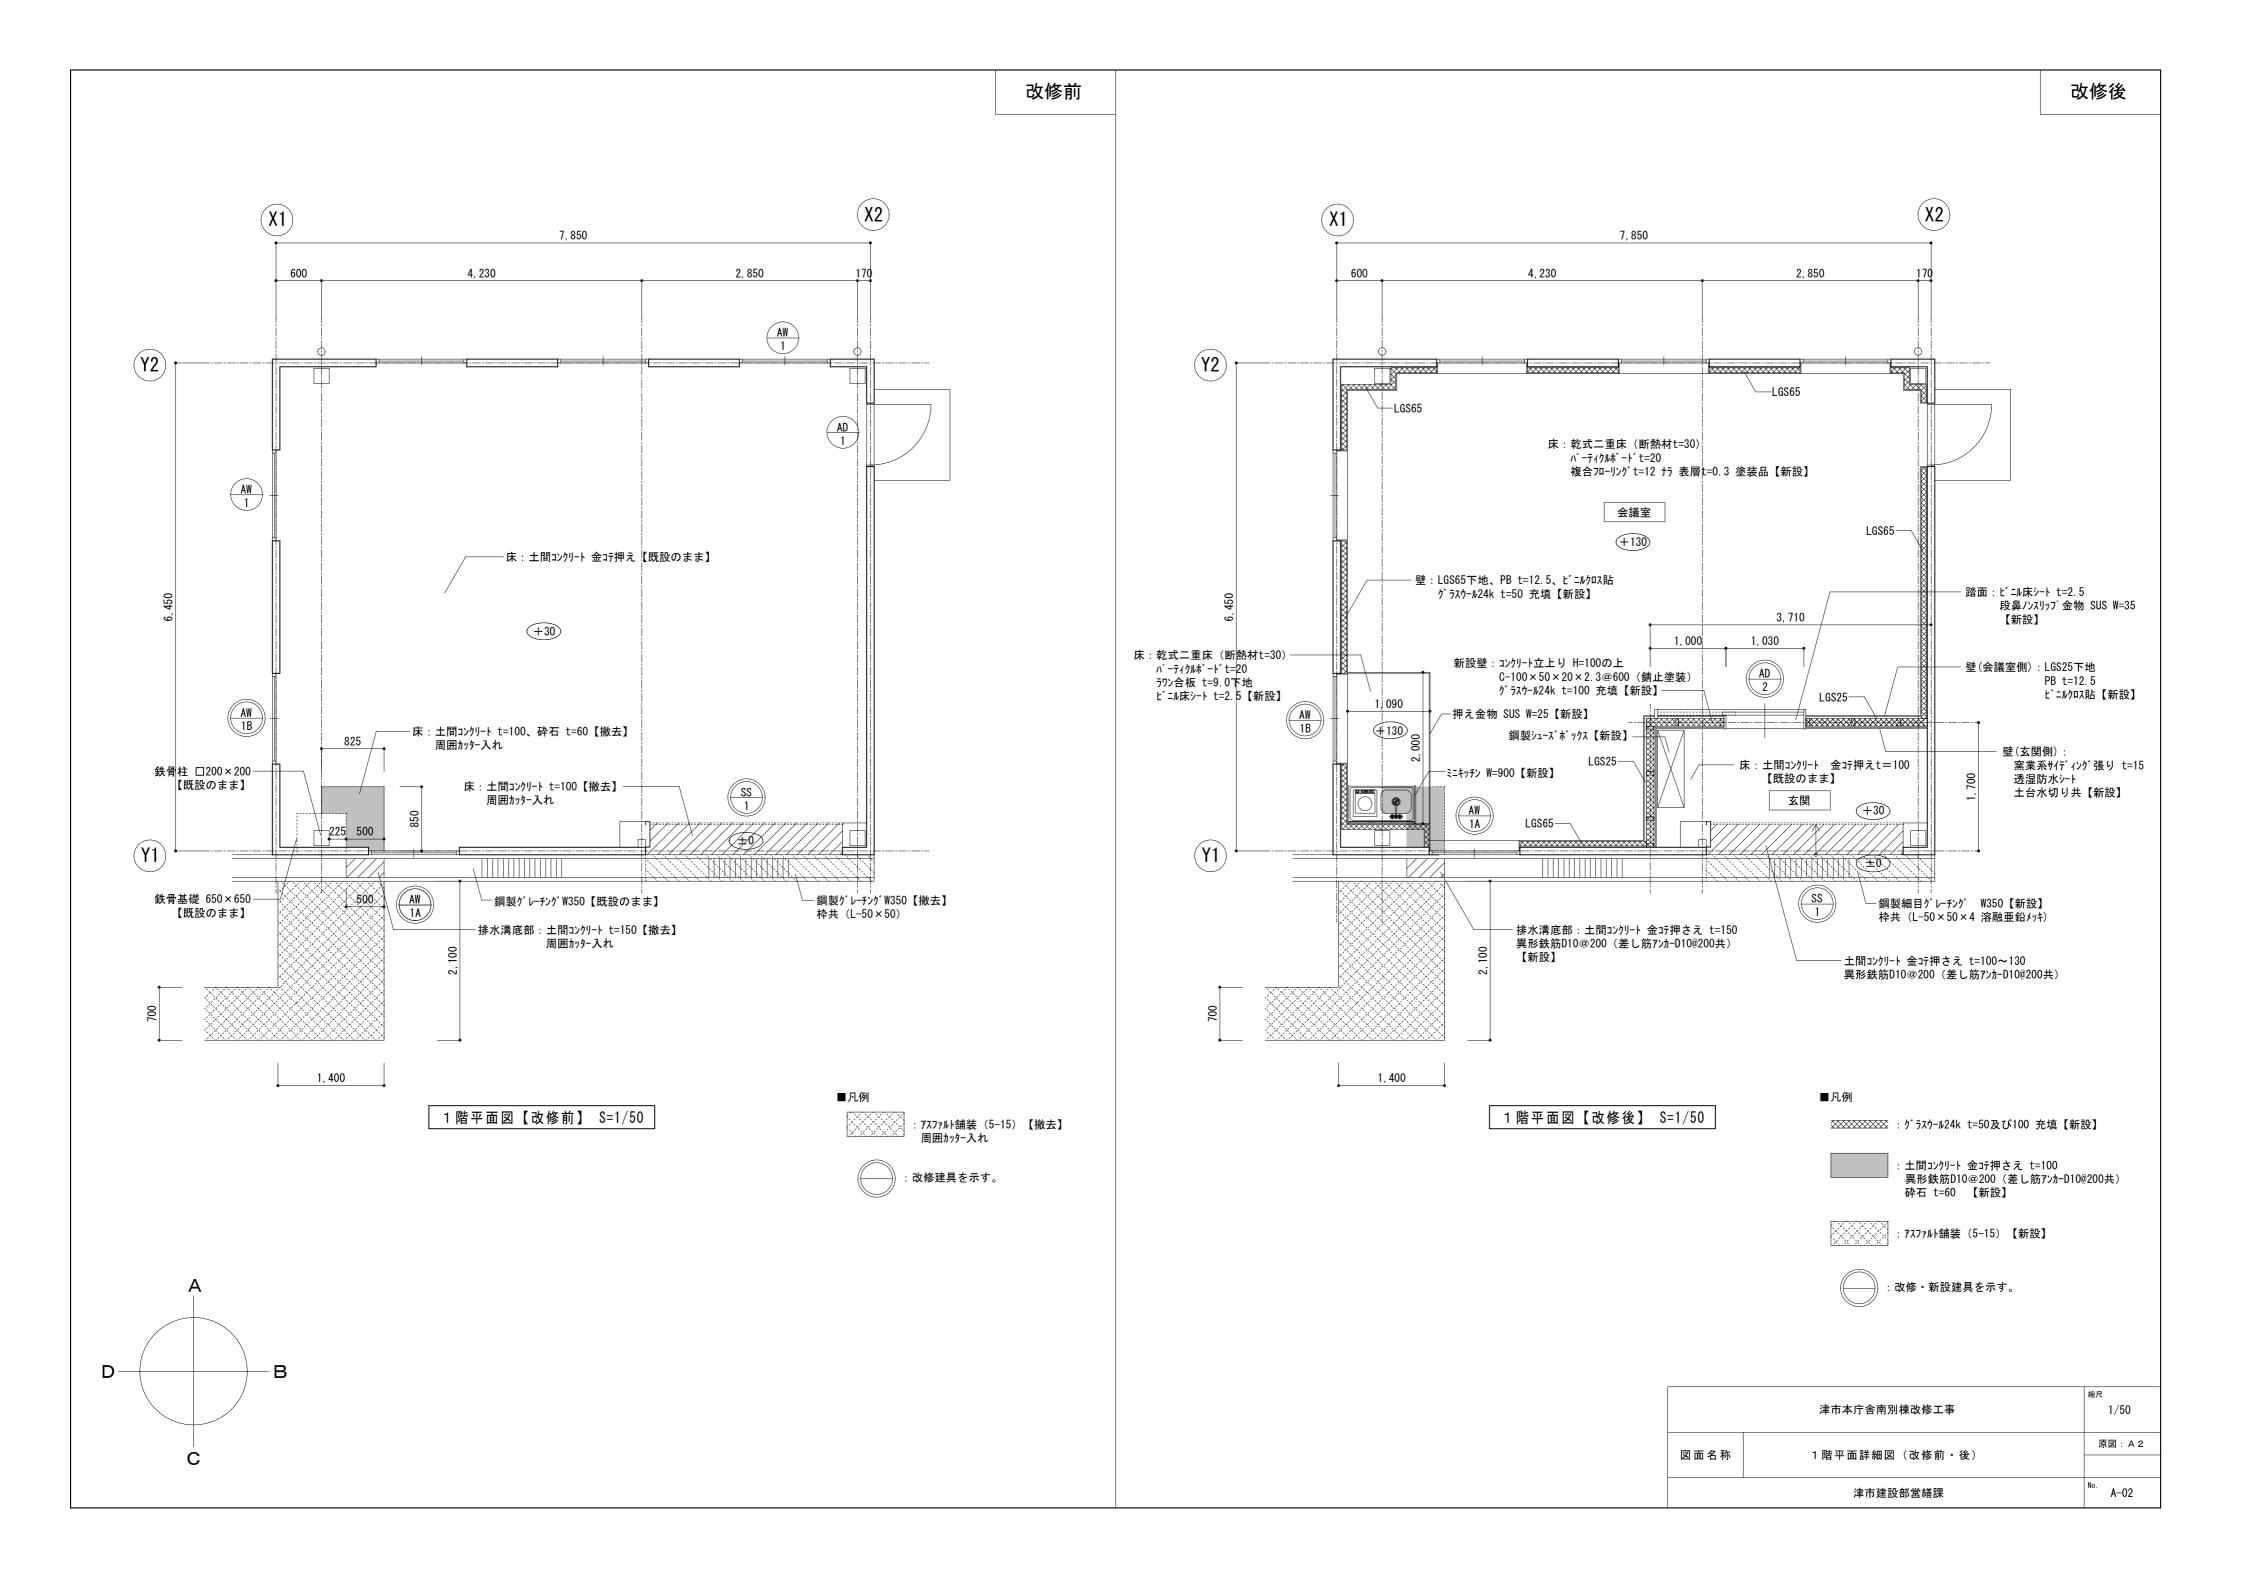


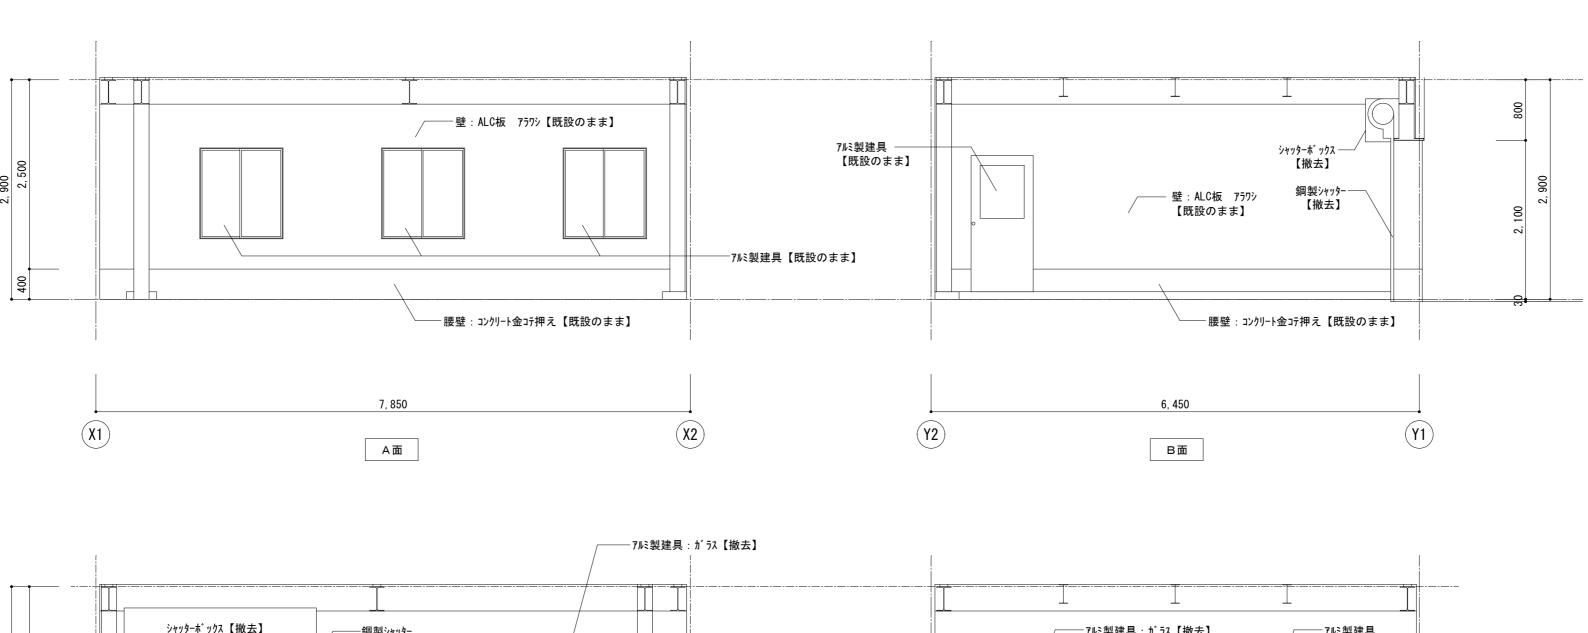


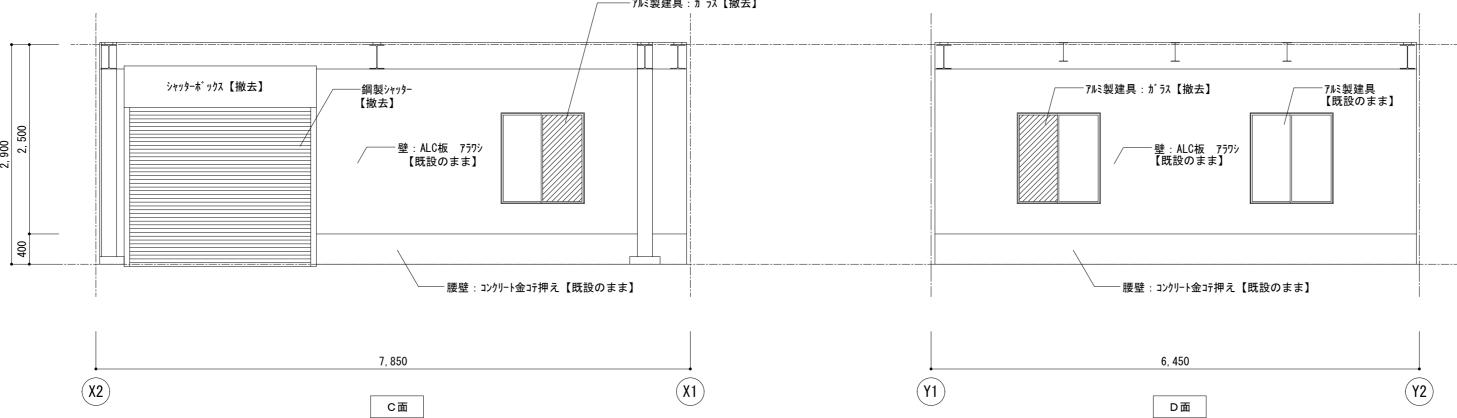



	津市本庁舎南別棟改修工事	縮尺 1/50
図面名称	展開図(改修前)	原図:A2
	津市建設部営繕課	No. A-03

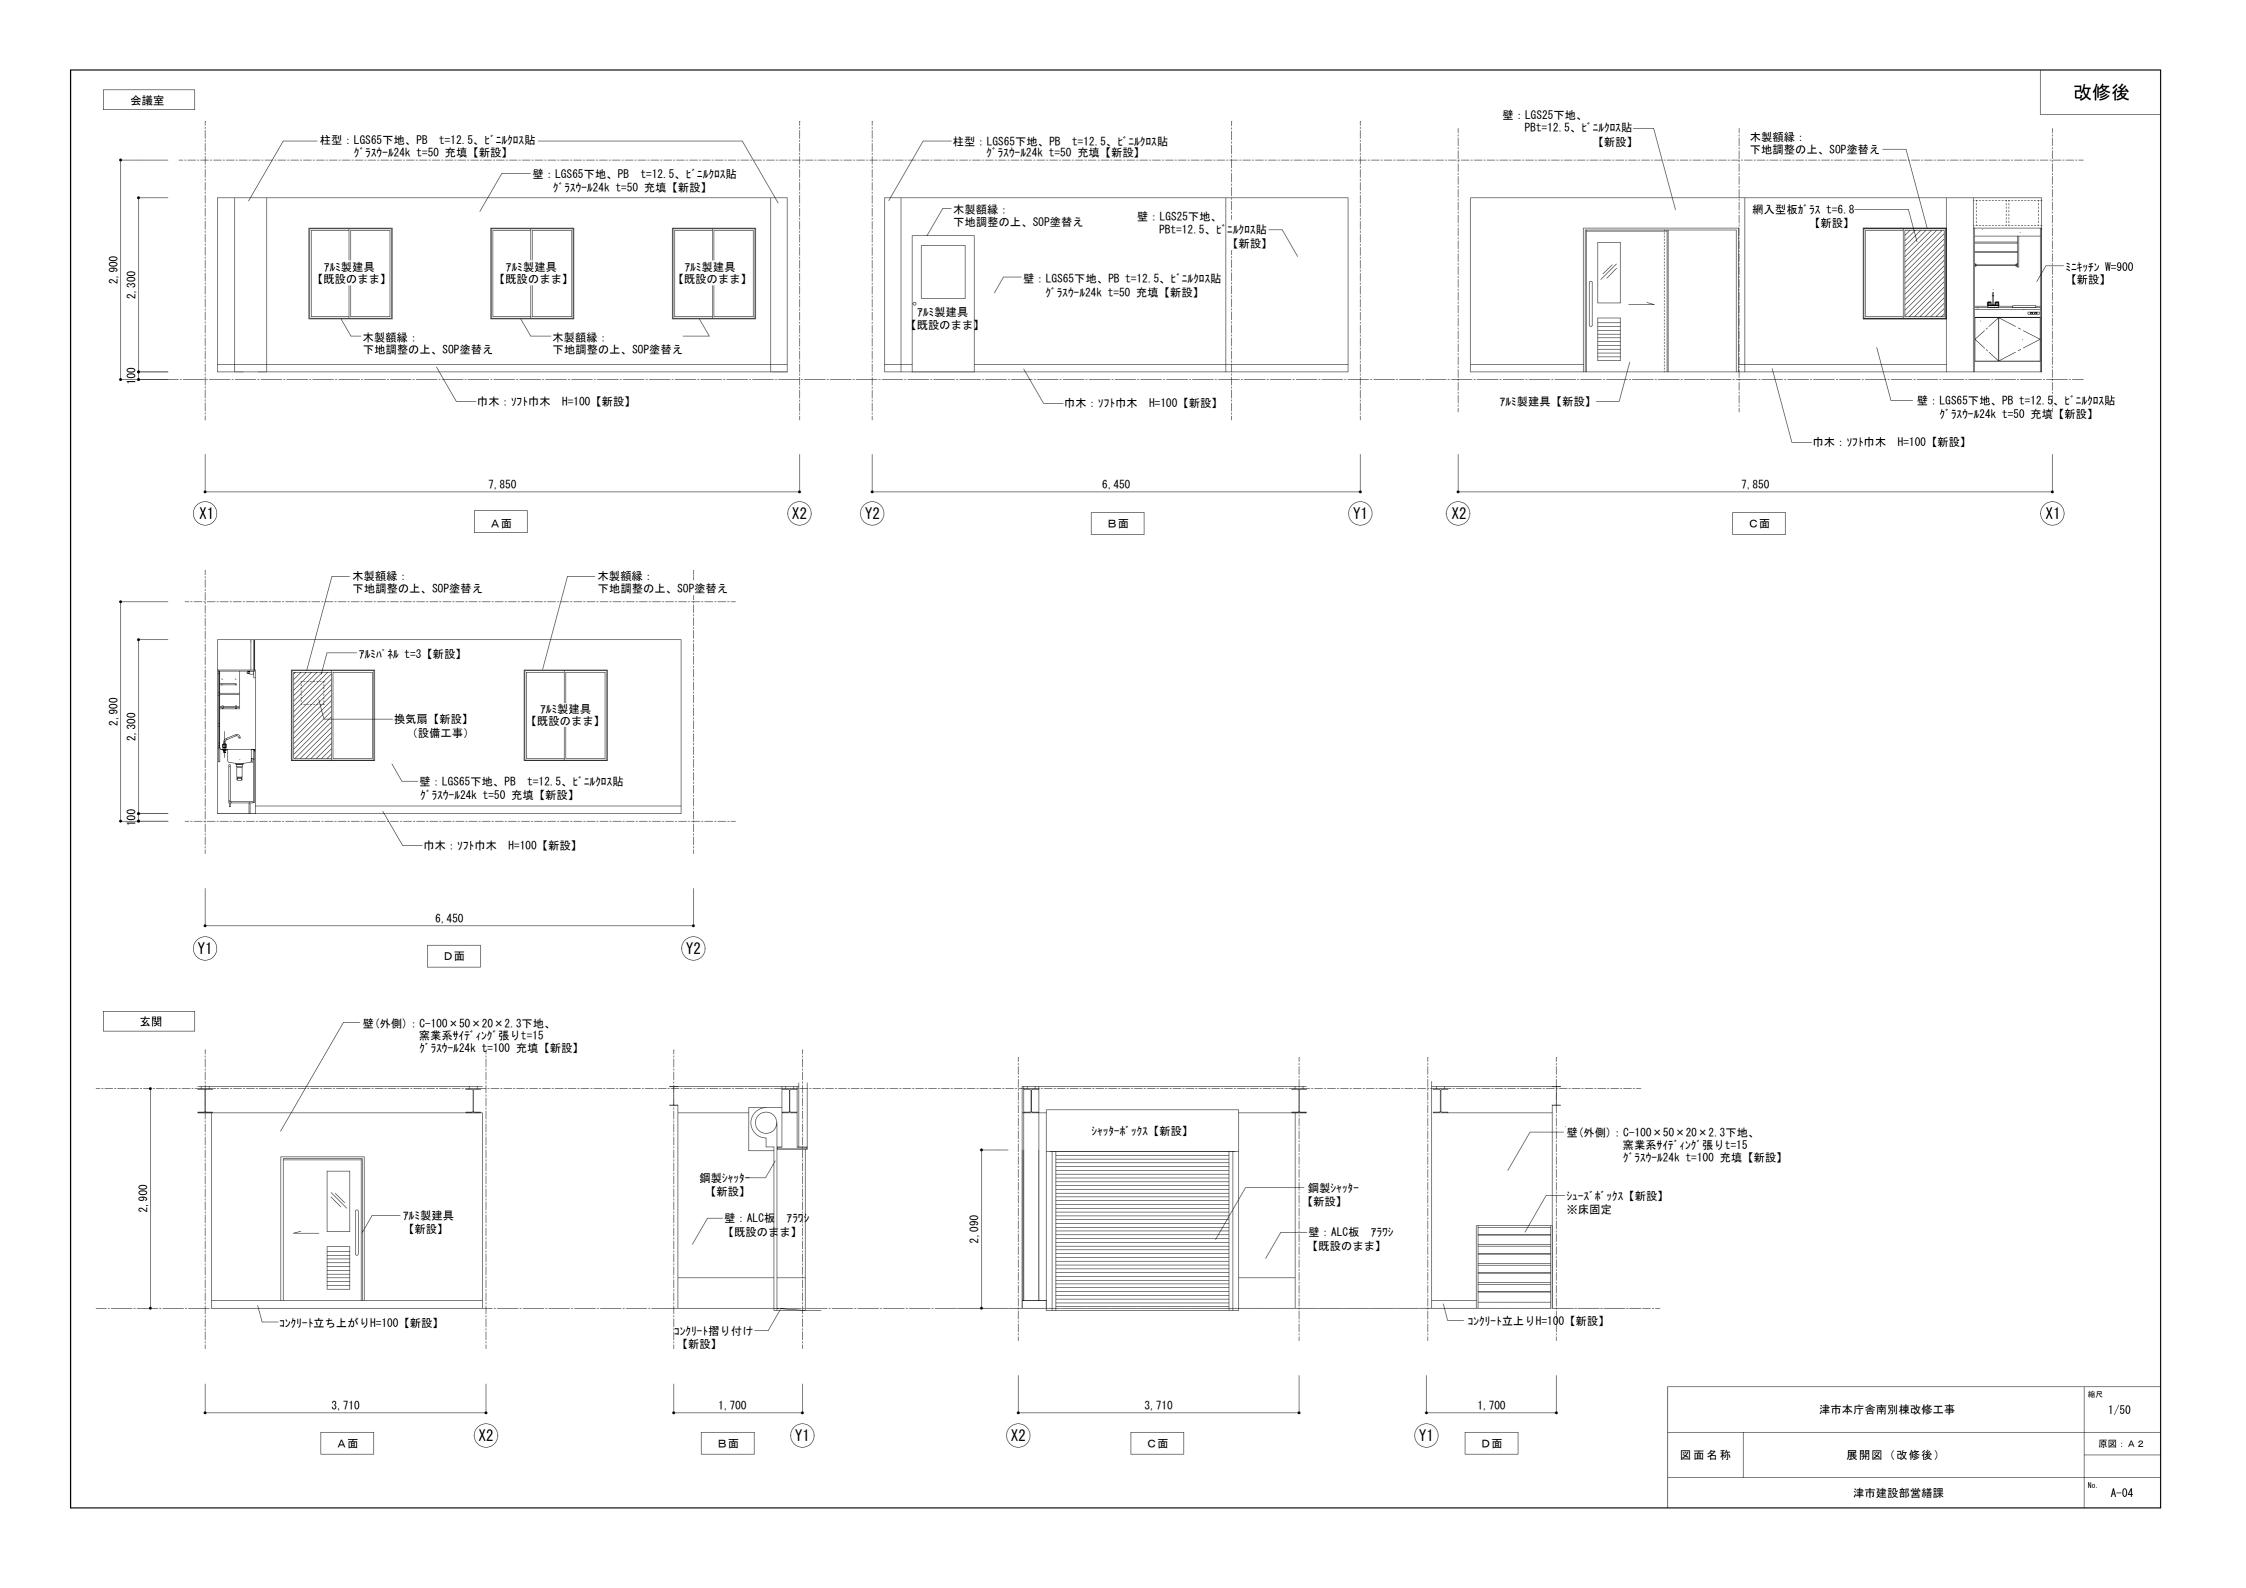

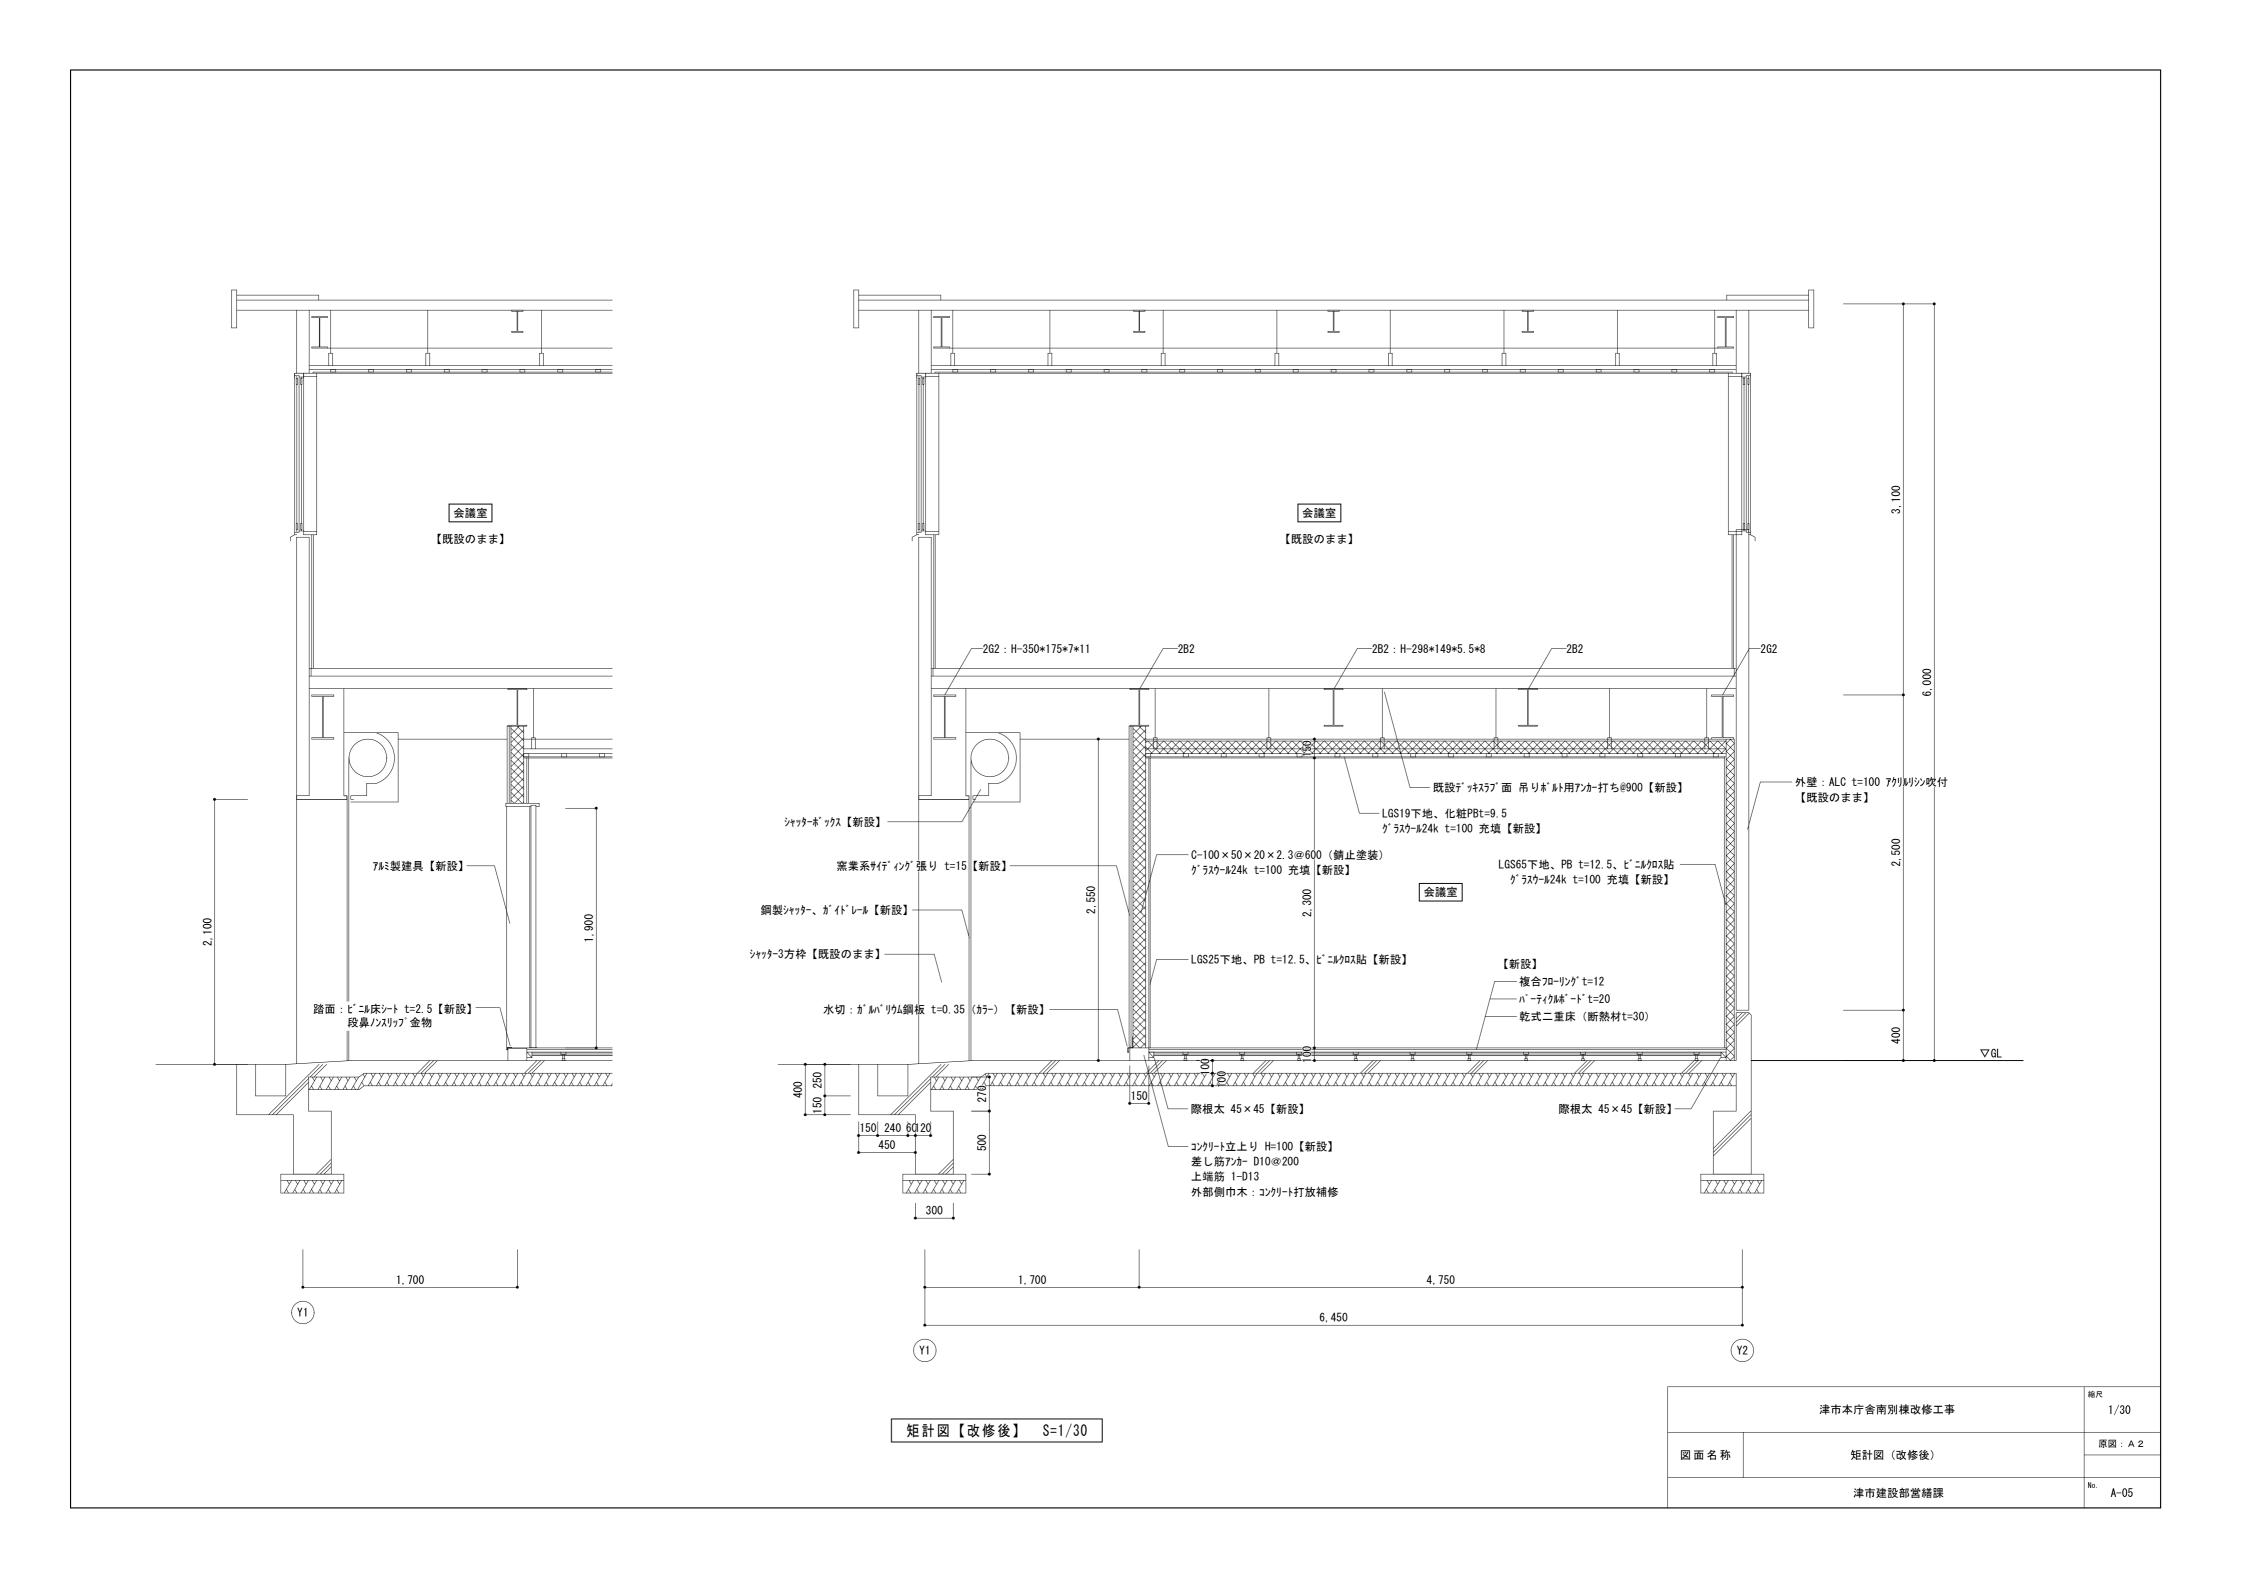

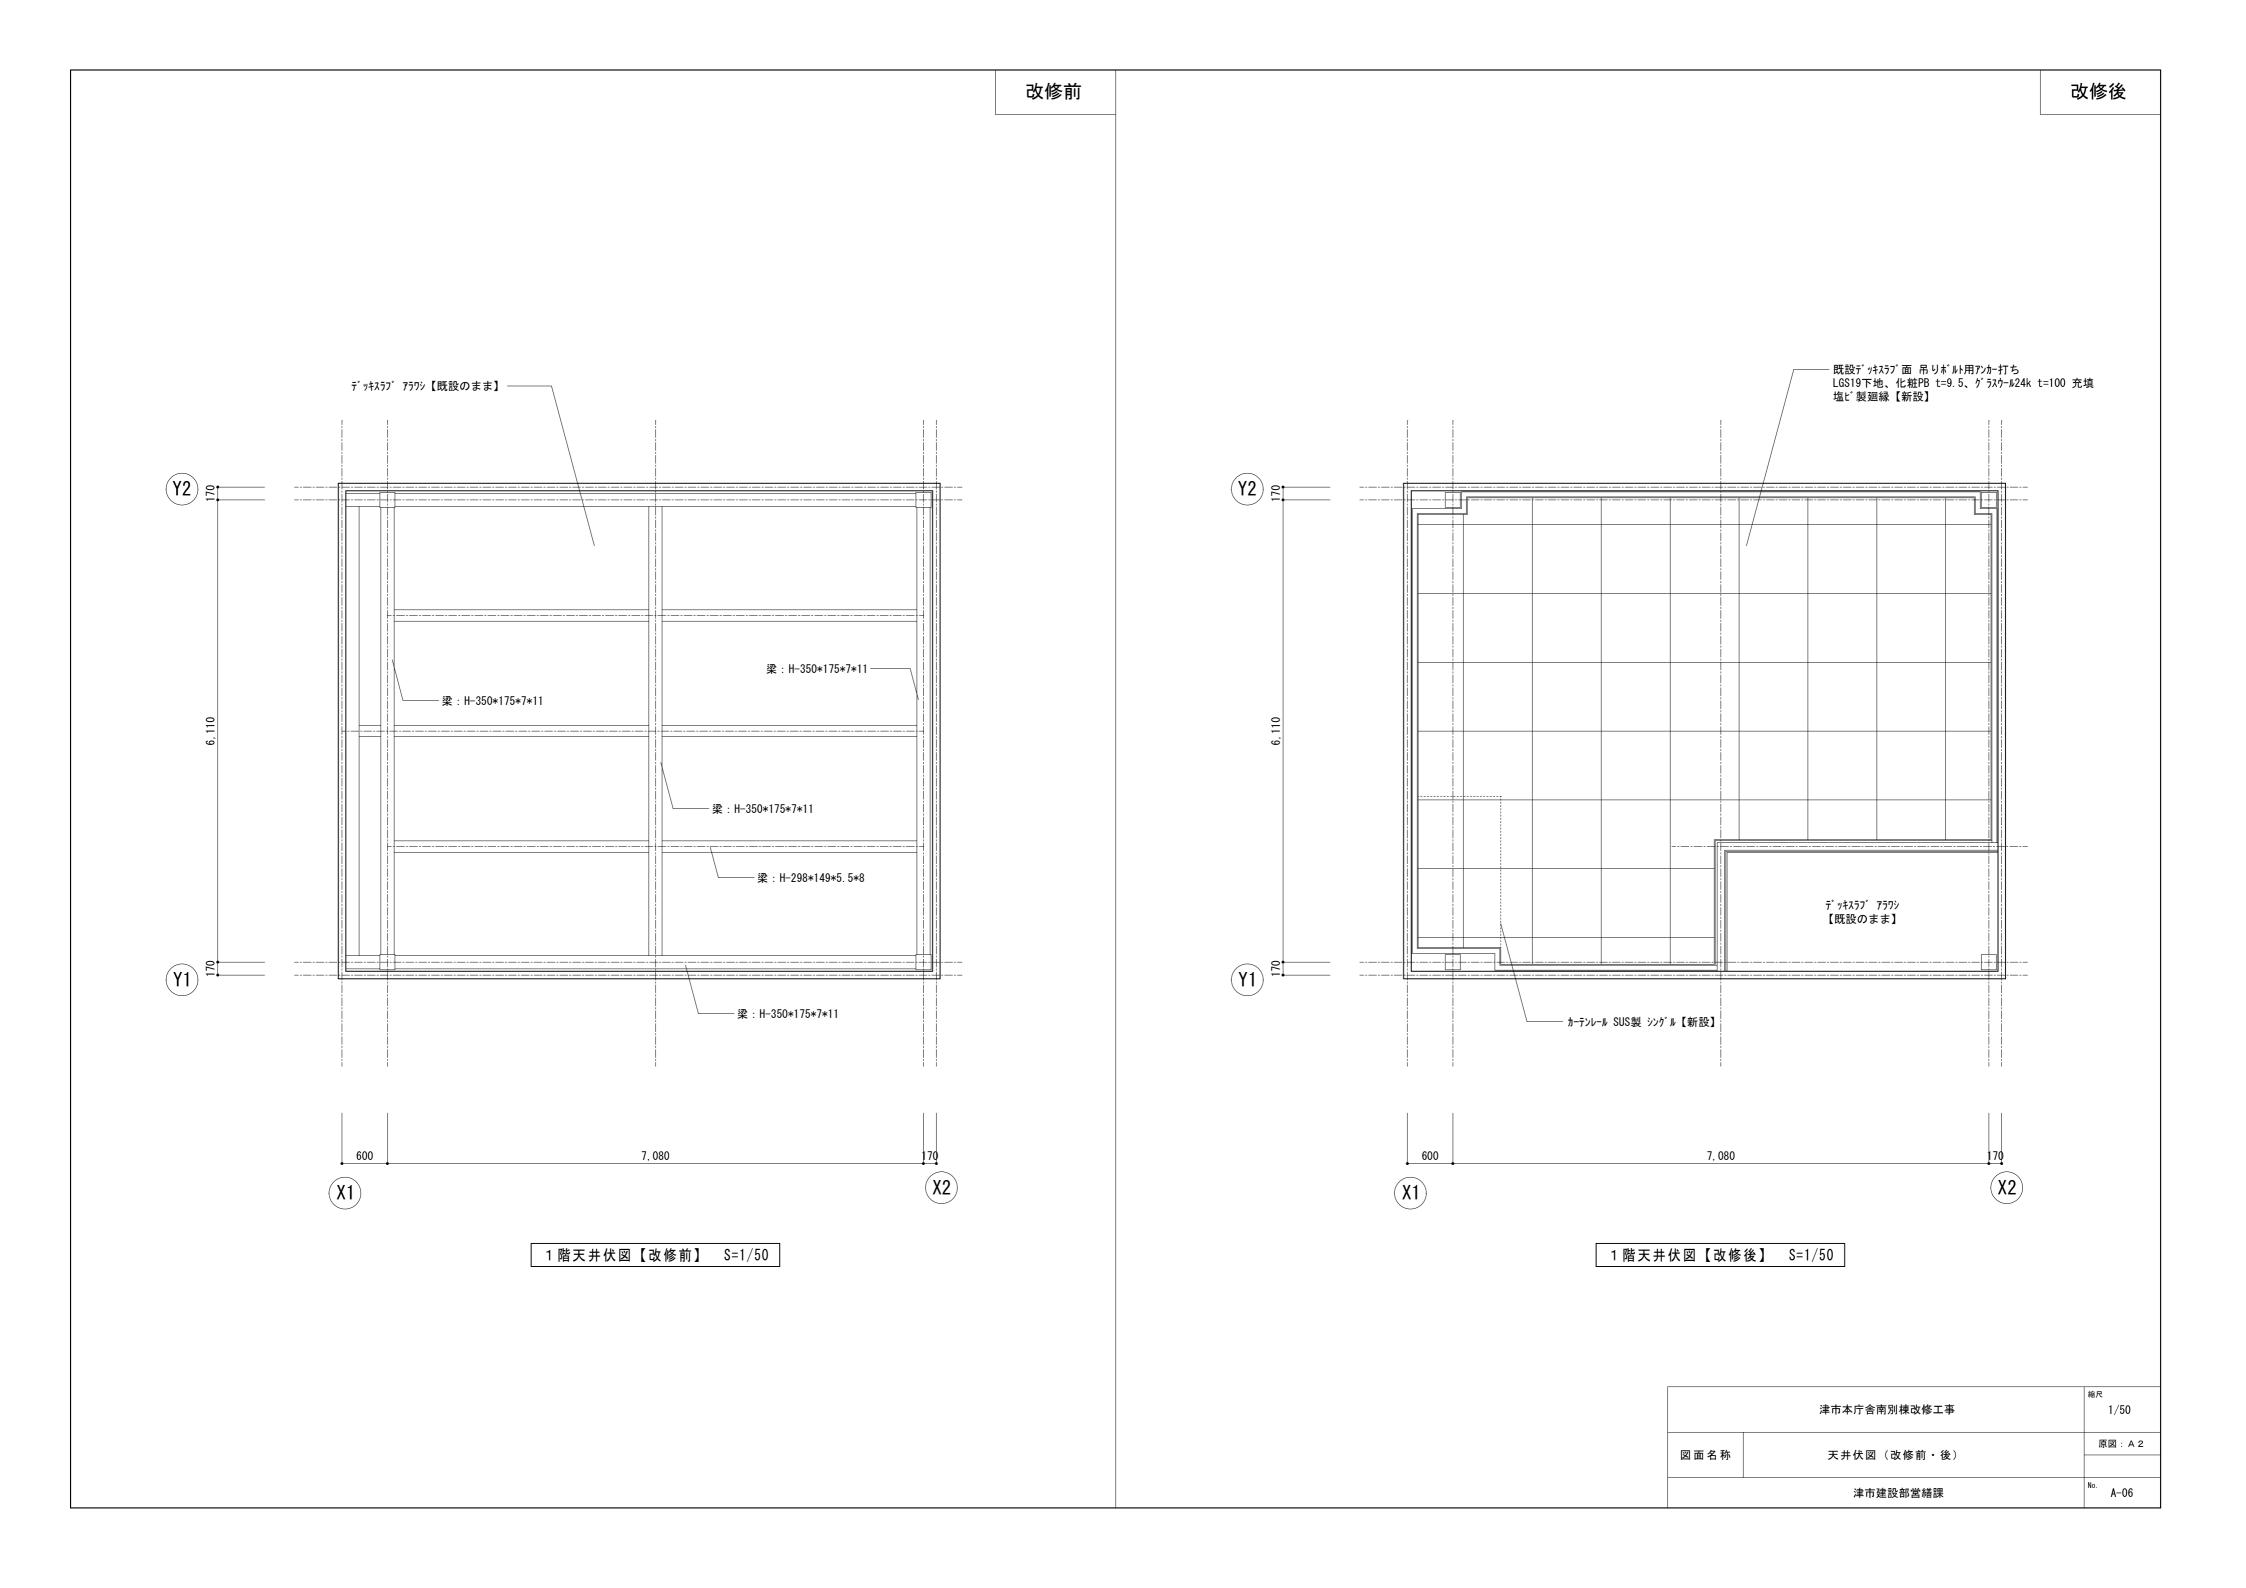


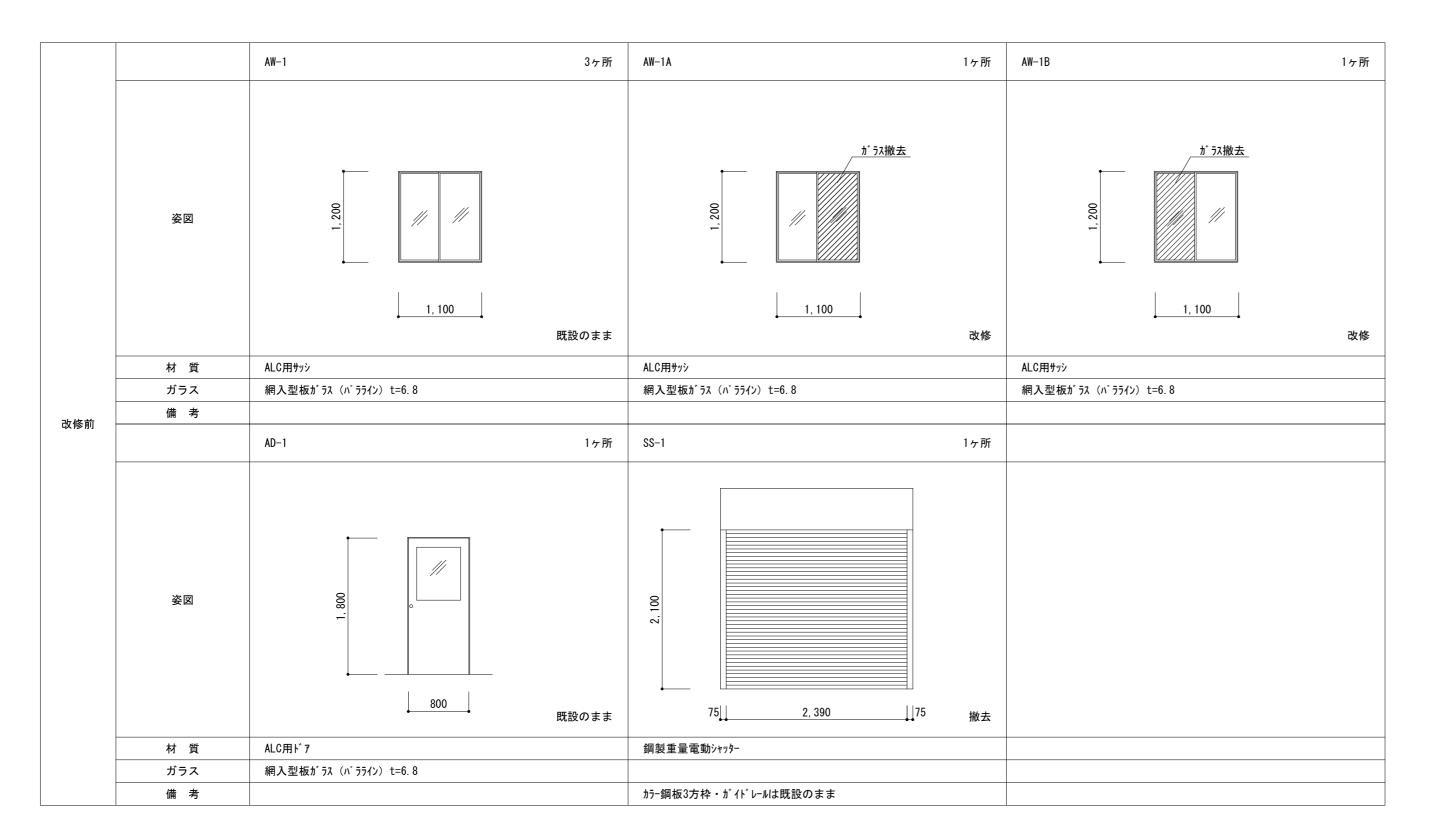

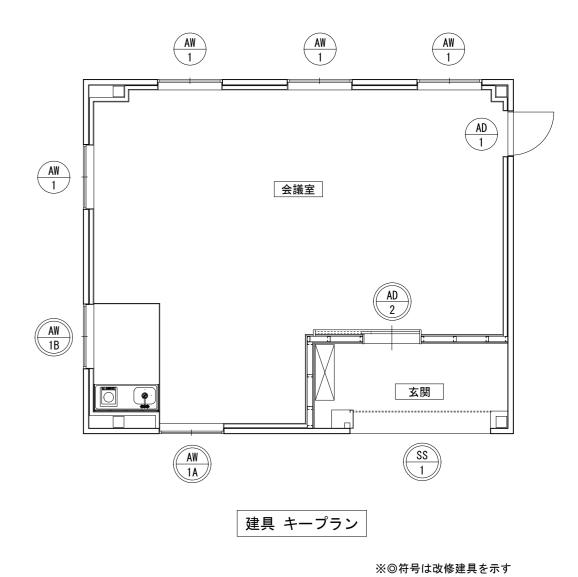



		AW-1A	AW-1B	AD-2 1ヶ所	SS-1 1ヶ所
改修後	姿図	網入型板が 5以 t=6.8 新設 1,100 改修	7/li≥n° 礼/t=3 新設 1,100 改修	1,030 950 新設	75 75 75 75 75 75 新設
	形式 見込寸法	引違い窓	引違い窓	7心製片引き戸 70	鋼製重量電動シャッター
	材料	ALC用サッシ	ALC用サッシ	アルミ電解着色	カラー鋼板スラット t=1.6(レール・シャッターケース:SOP塗装)
	ガ ラ ス	網入型板ガラス t=6.8	網入型板ガラス t=6.8	型板強化ガラス t=4	
	付属金物	クレセント、アングルピース、付属金物一式	クレセント、アングルピース、付属金物一式	戸車、戸先鎌錠、I型引手、7に額縁、付属金物一式	ガイドレール、シャッターケース、操作盤
	特記事項				ガイドレール:既設ガイドレールに抱かせて新設


	津市本庁舎南別棟改修工事	縮尺 1/50
図面名称	建具表(改修前・後)	原図: A 2
	津市建設部営繕課	No. A-07

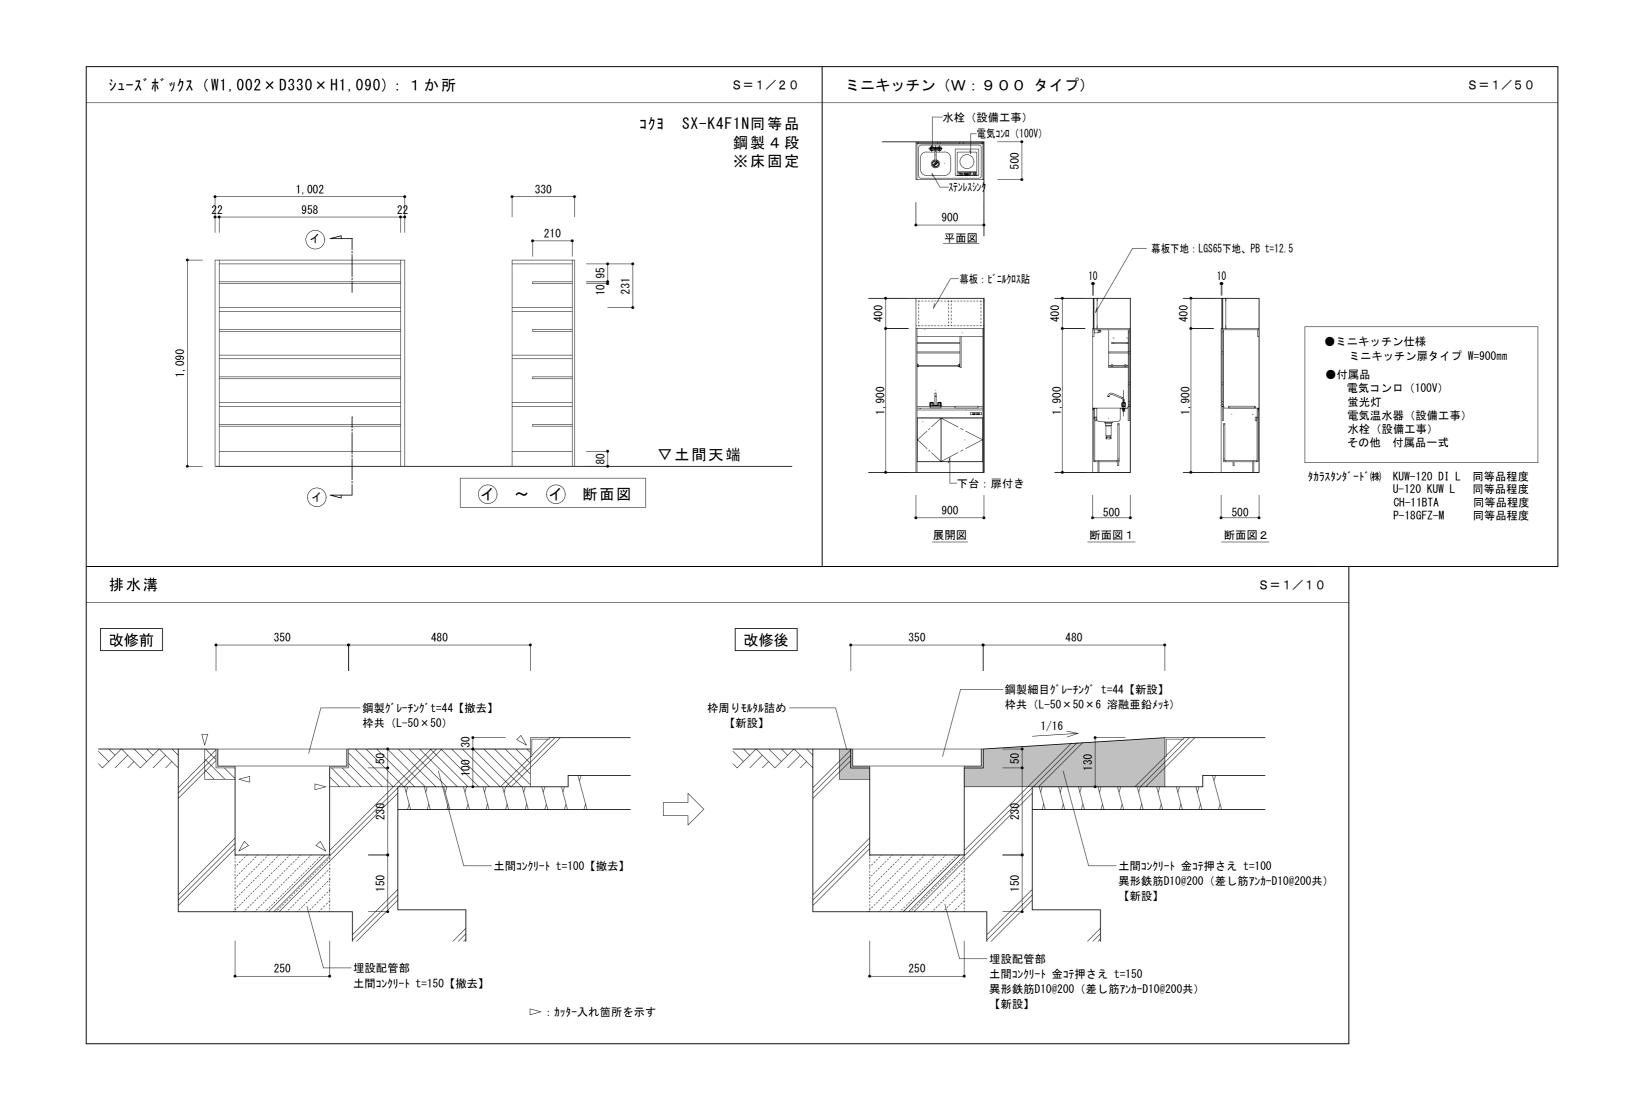

	津市本庁舎南別棟改修工事	縮尺 1/10 1/20 1/50
図面名称	部分詳細図	原図:A2
	津市建設部営繕課	No. A-08

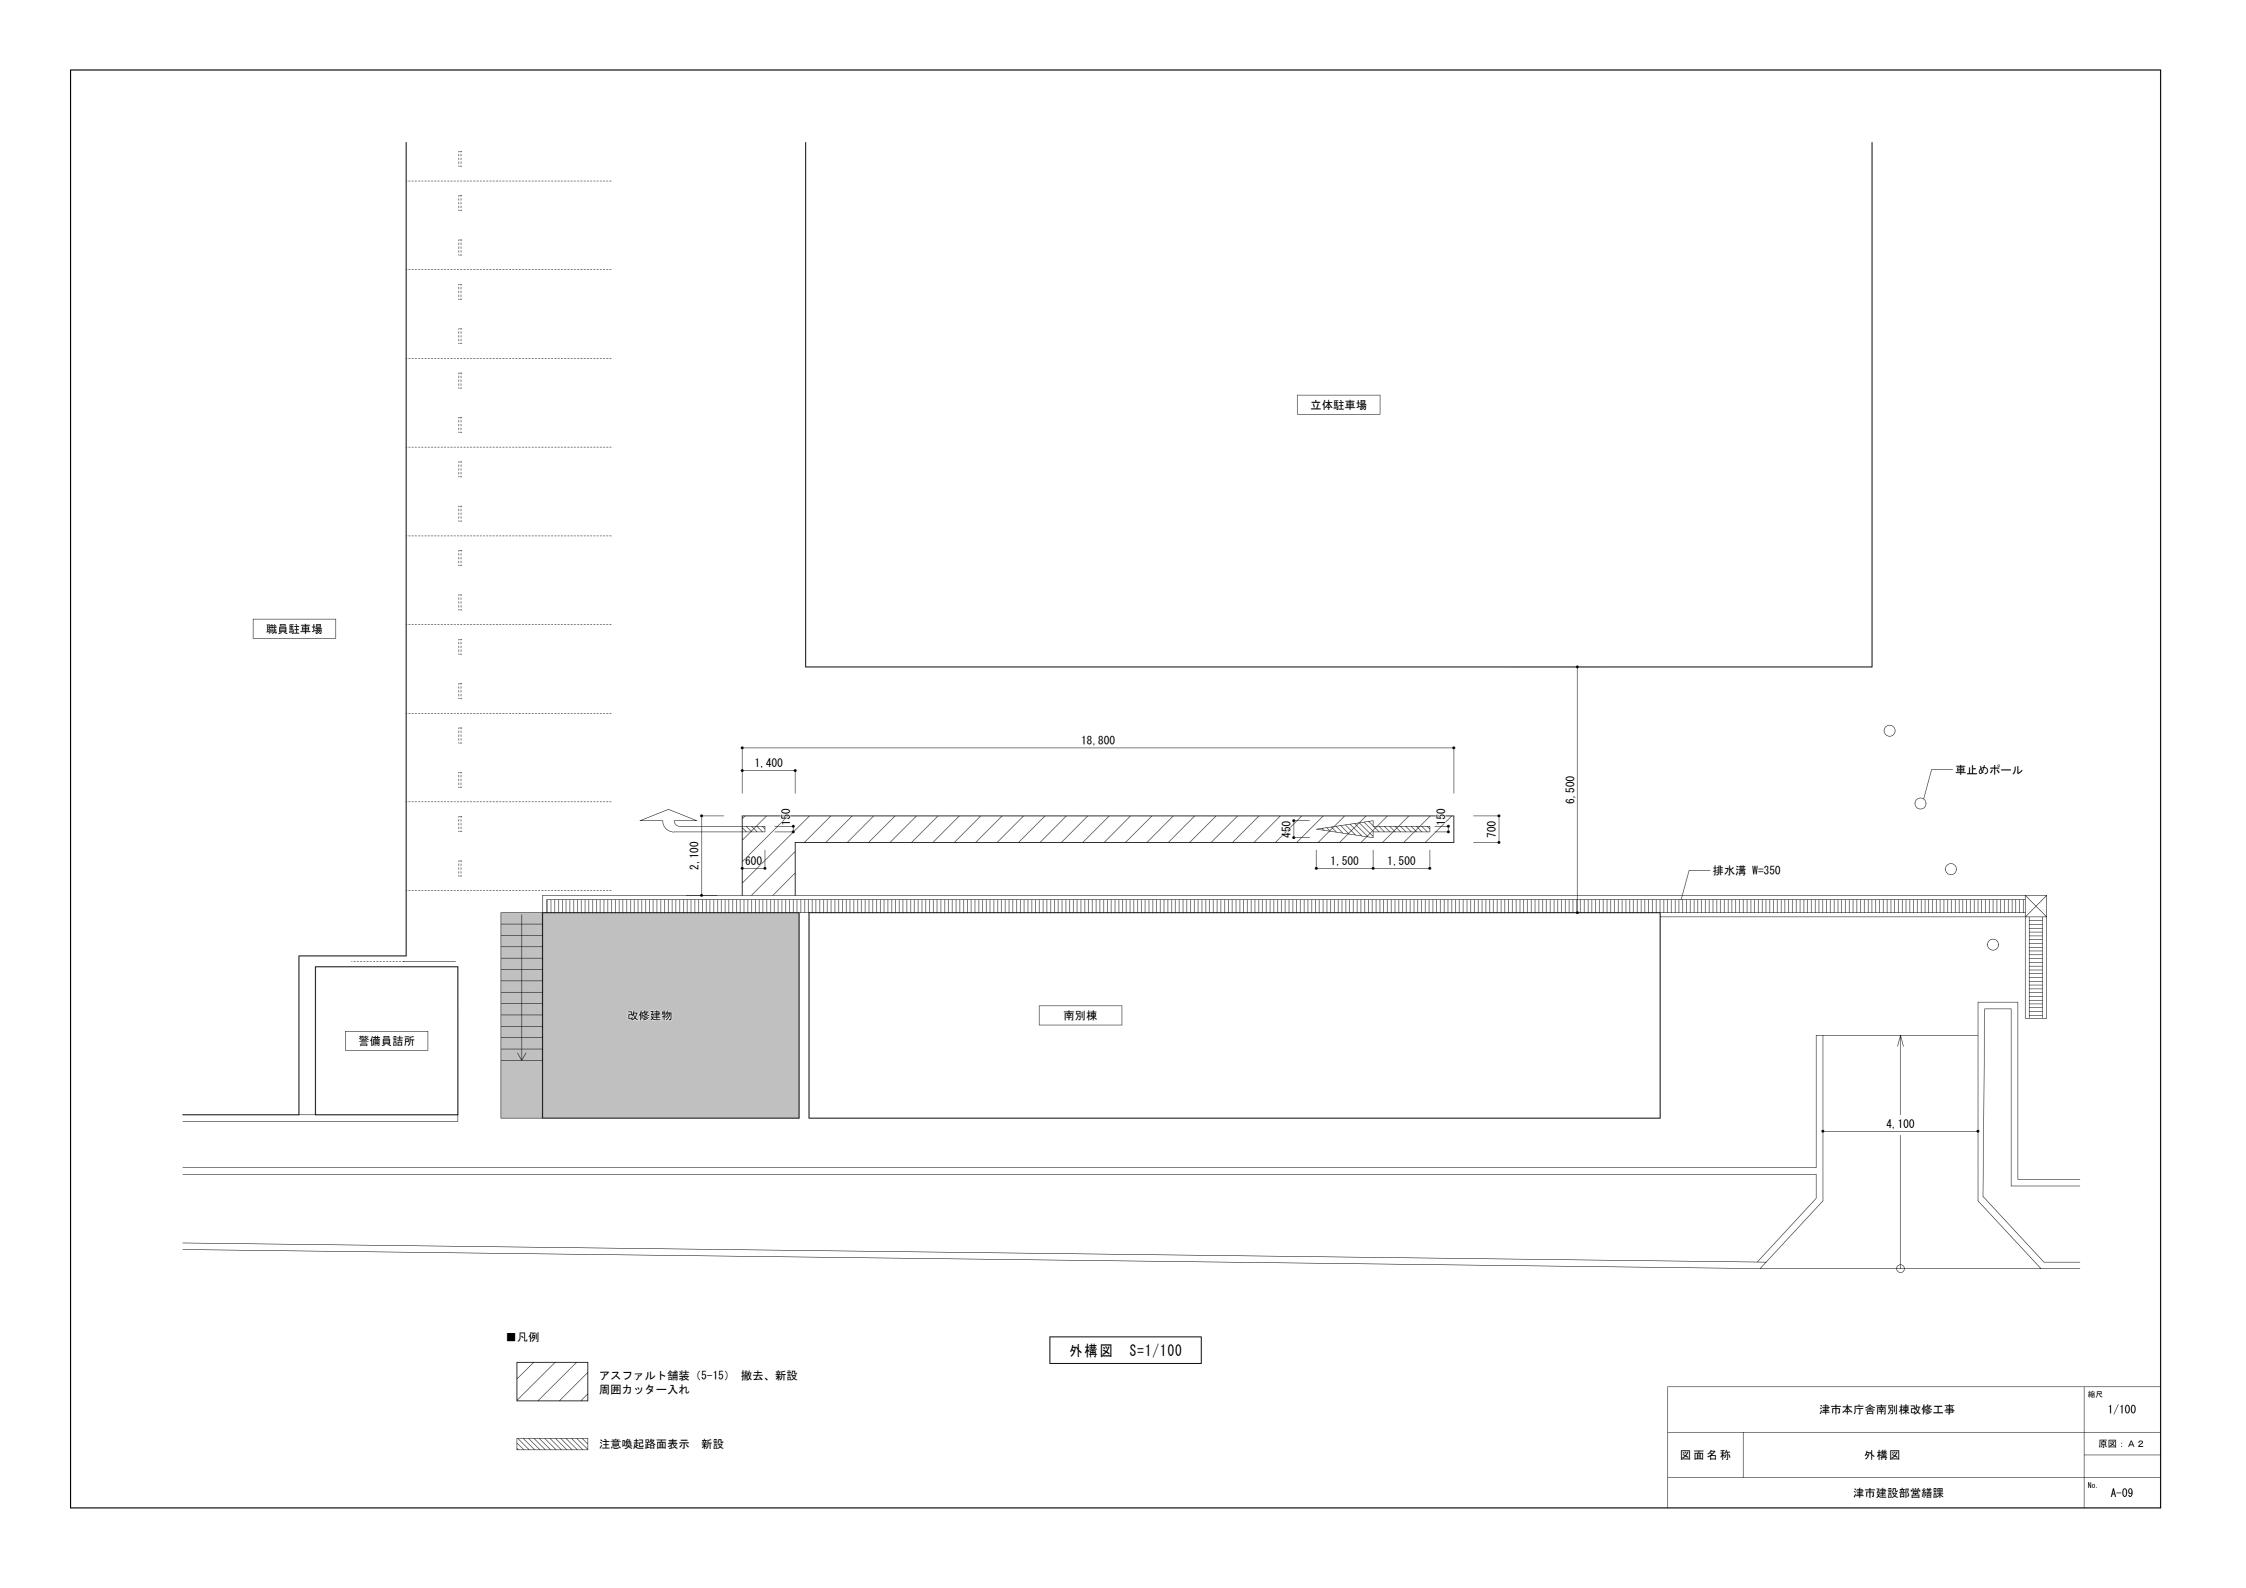

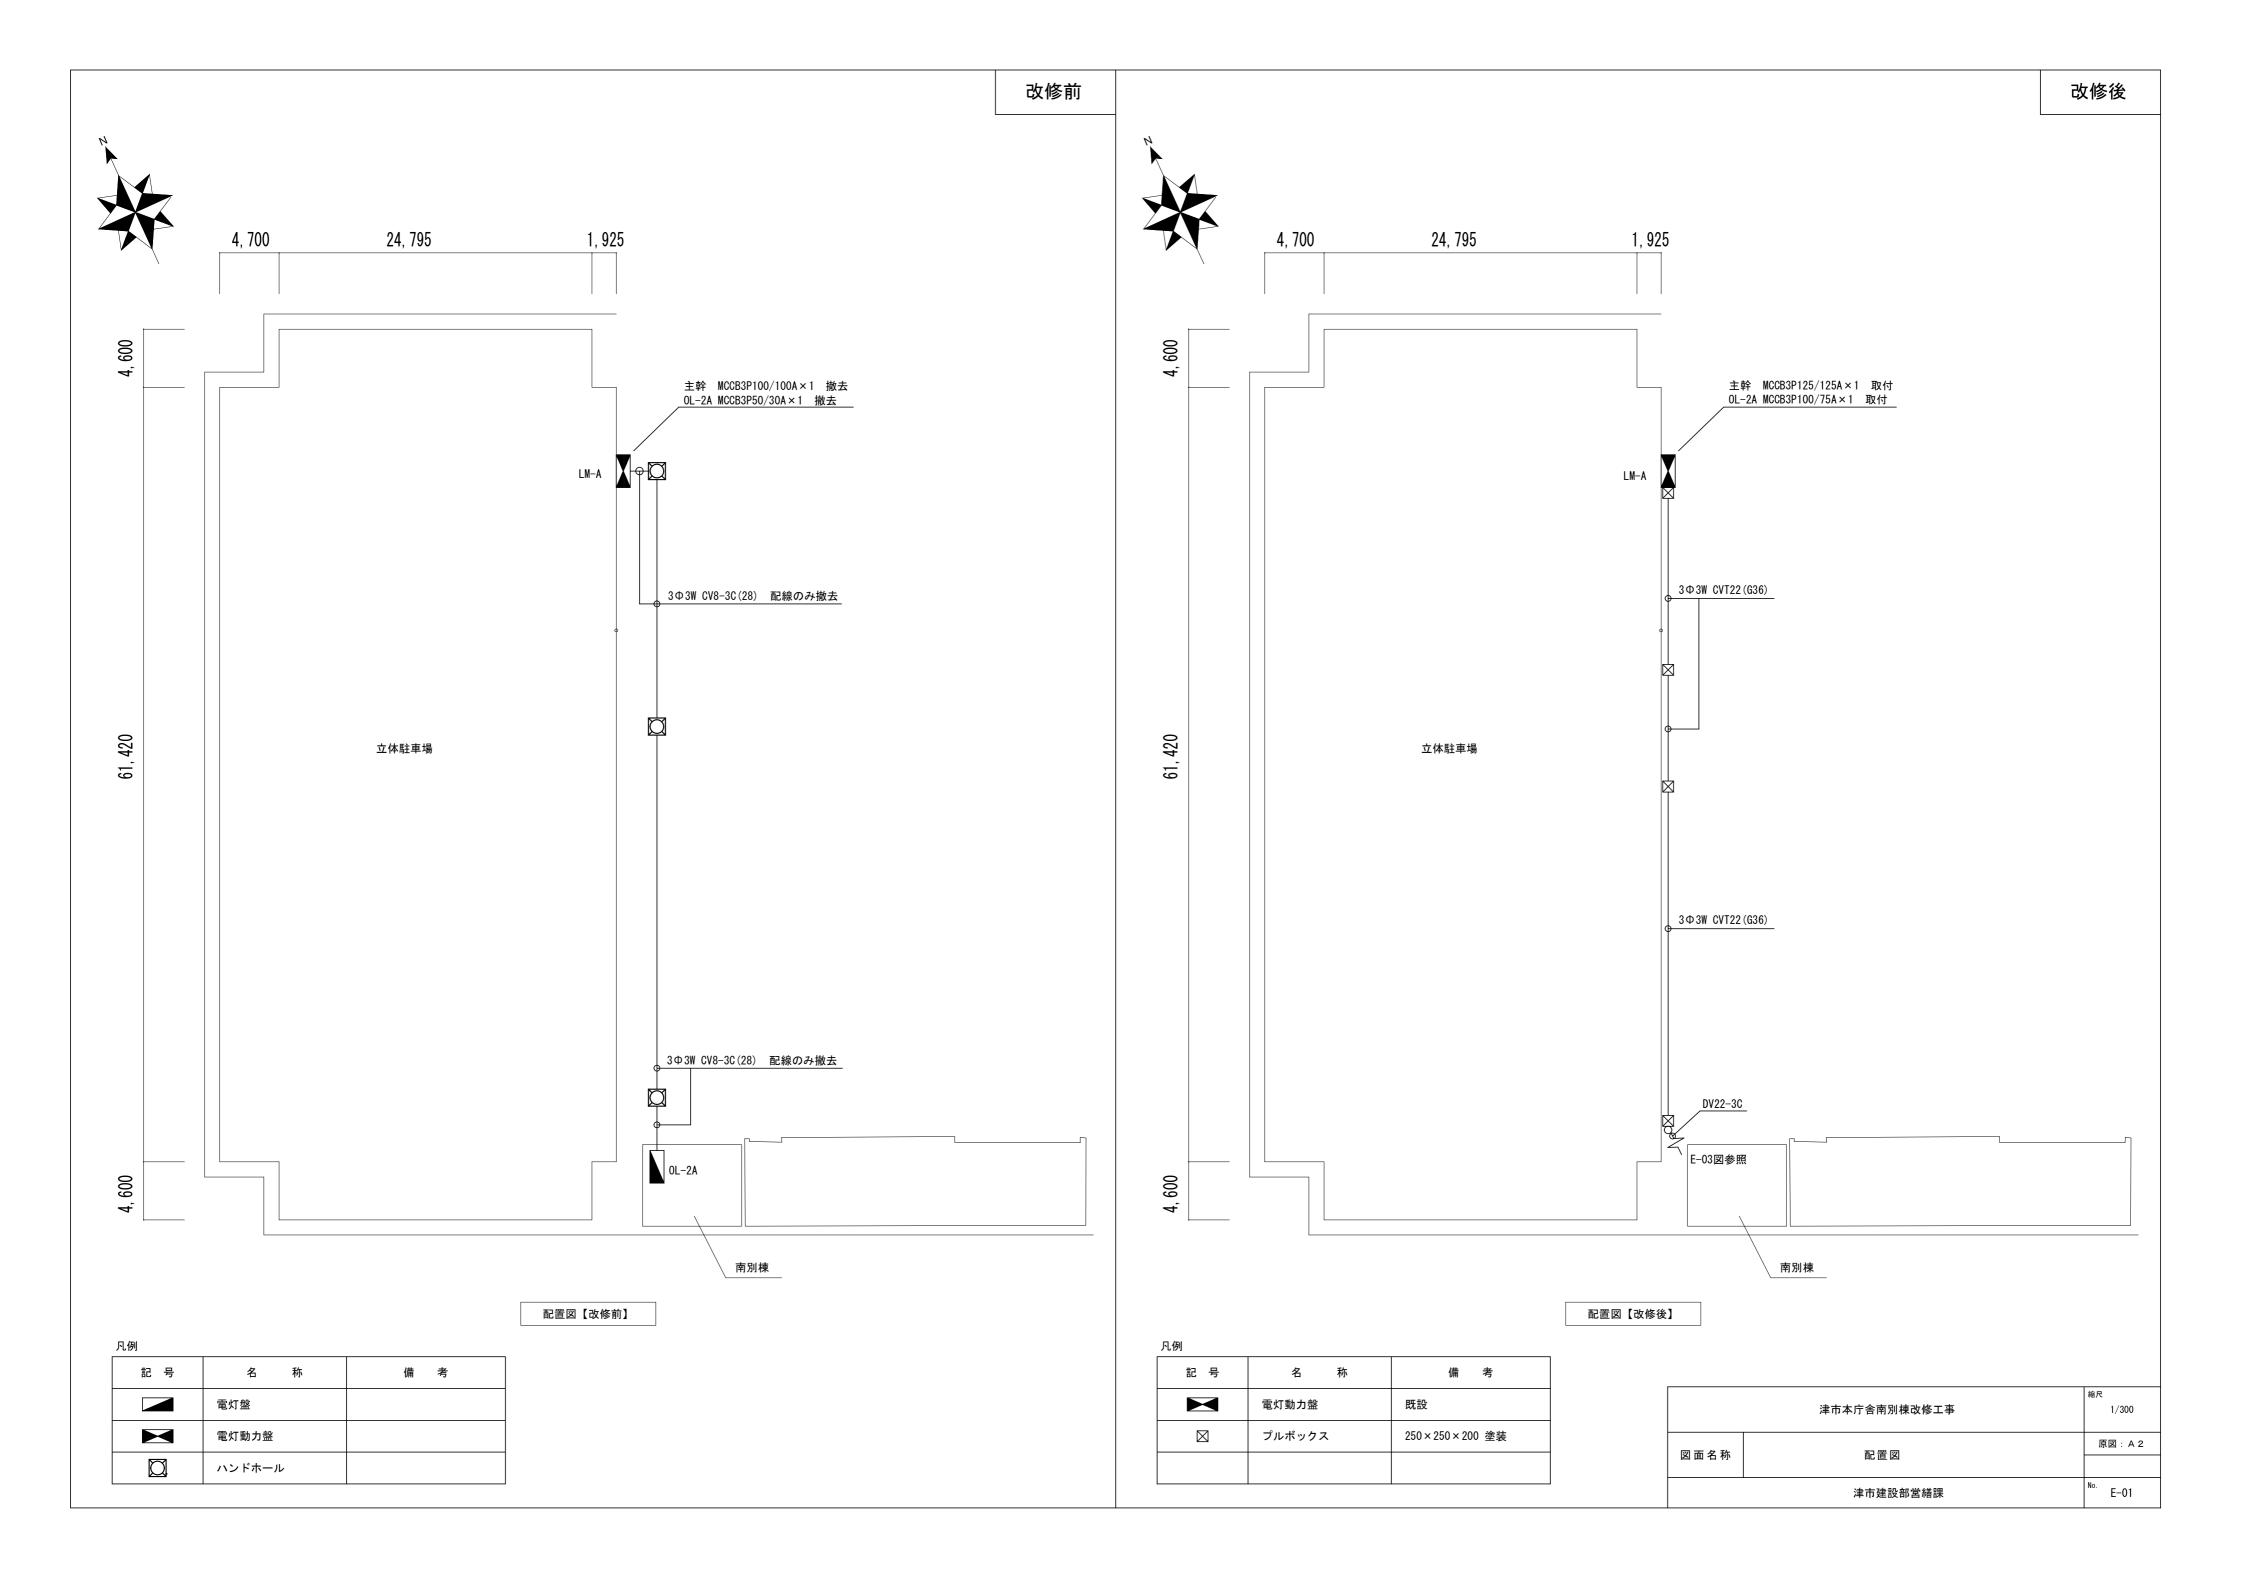

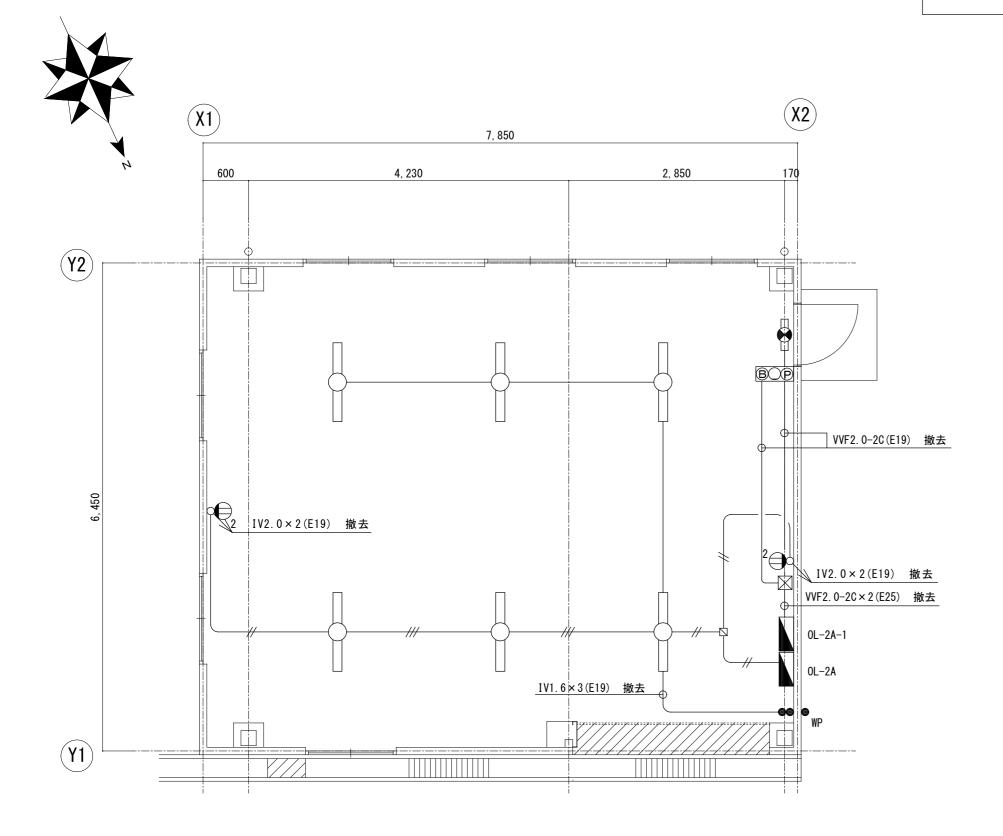


1階平面図【改修前】

凡例

凡例		
記号	名称	備考
	照明器具 FL40W×1	撤去
	避難口·通路誘導灯 C級	撤去
BOP	非常警報設備複合装置	撤去
8	露出スイッチ 1P15A×2	撤去
● _{WP}	防水スイッチ 3P15A×1	撤去
\boxtimes	プルボックス 150×150×100	撤去
	電灯盤	

注記


※水銀使用製品は産業廃棄物として関係法令により適切に処理すること。

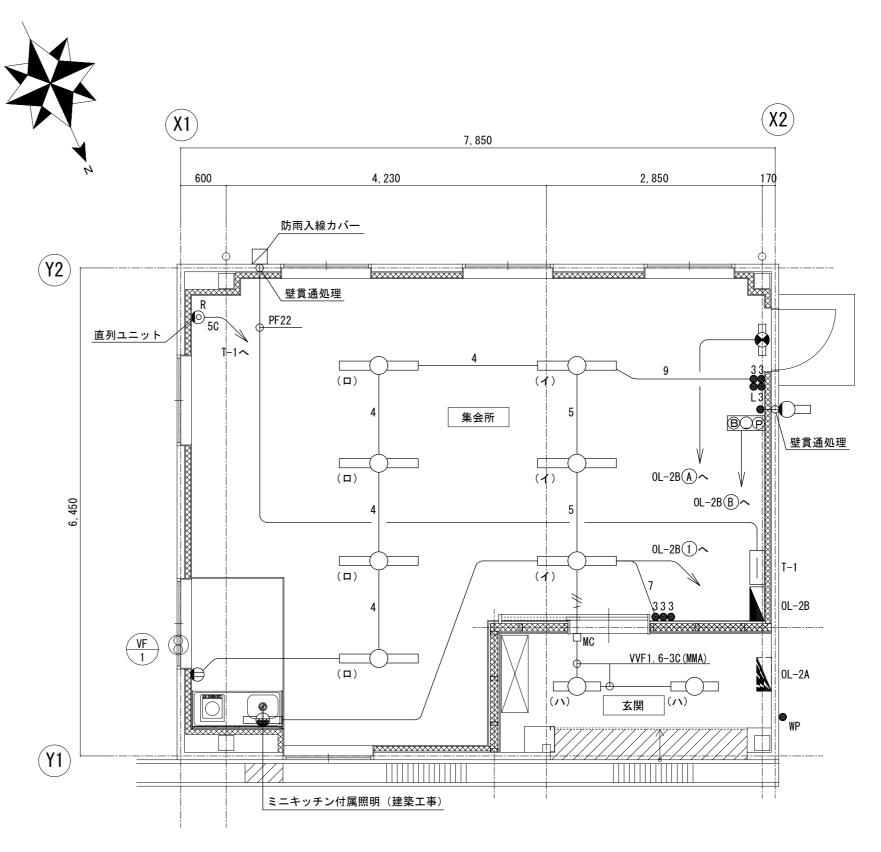


1階平面図【改修後】


凡例		
記号	名称	備考
	LED照明器具 A	照明器具姿図参照
	LED照明器具 B	照明器具姿図参照
0=	LED照明器具 C	照明器具姿図参照
	LED誘導灯	照明器具姿図参照
BOP	非常警報設備複合装置	
•	埋込スイッチ (新金属プレート共)	1P15A×1
3 3 3	埋込スイッチ (新金属プレート共)	3W15A×3
3 3 3 900 E	埋込スイッチ (新金属プレート共)	3W15A×3+L×1
● _{WP}	防水スイッチ	3P15A×1
	電灯盤	
	端子盤(2分配器×1共)	屋内露出型(上部配線ダクト付)


記入なき配	は下記による		WE 1 C 00 . WE 1 C 00
	VVF 1.6-2C	5	VVF 1.6-2C + VVF 1.6-3C
//\	VVF 1.6-3C	7	VVF 1.6-2C × 2 + VVF 1.6-3C
4	VVF 1.6-2C × 2	9	VVF 1.6-3C × 3
	S-5C-FB	v	
壁内配線は	:PF管にて保護のこと。		

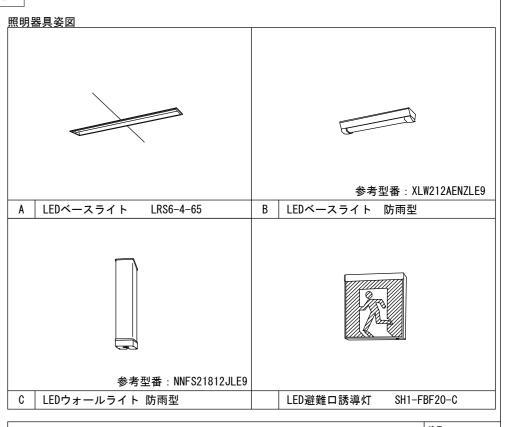


	津市本庁舎南別棟改修工事	縮尺 1/50
図面名称	電灯・弱電設備 1階平面図	原図:A2
	津市建設部営繕課	No. E-02

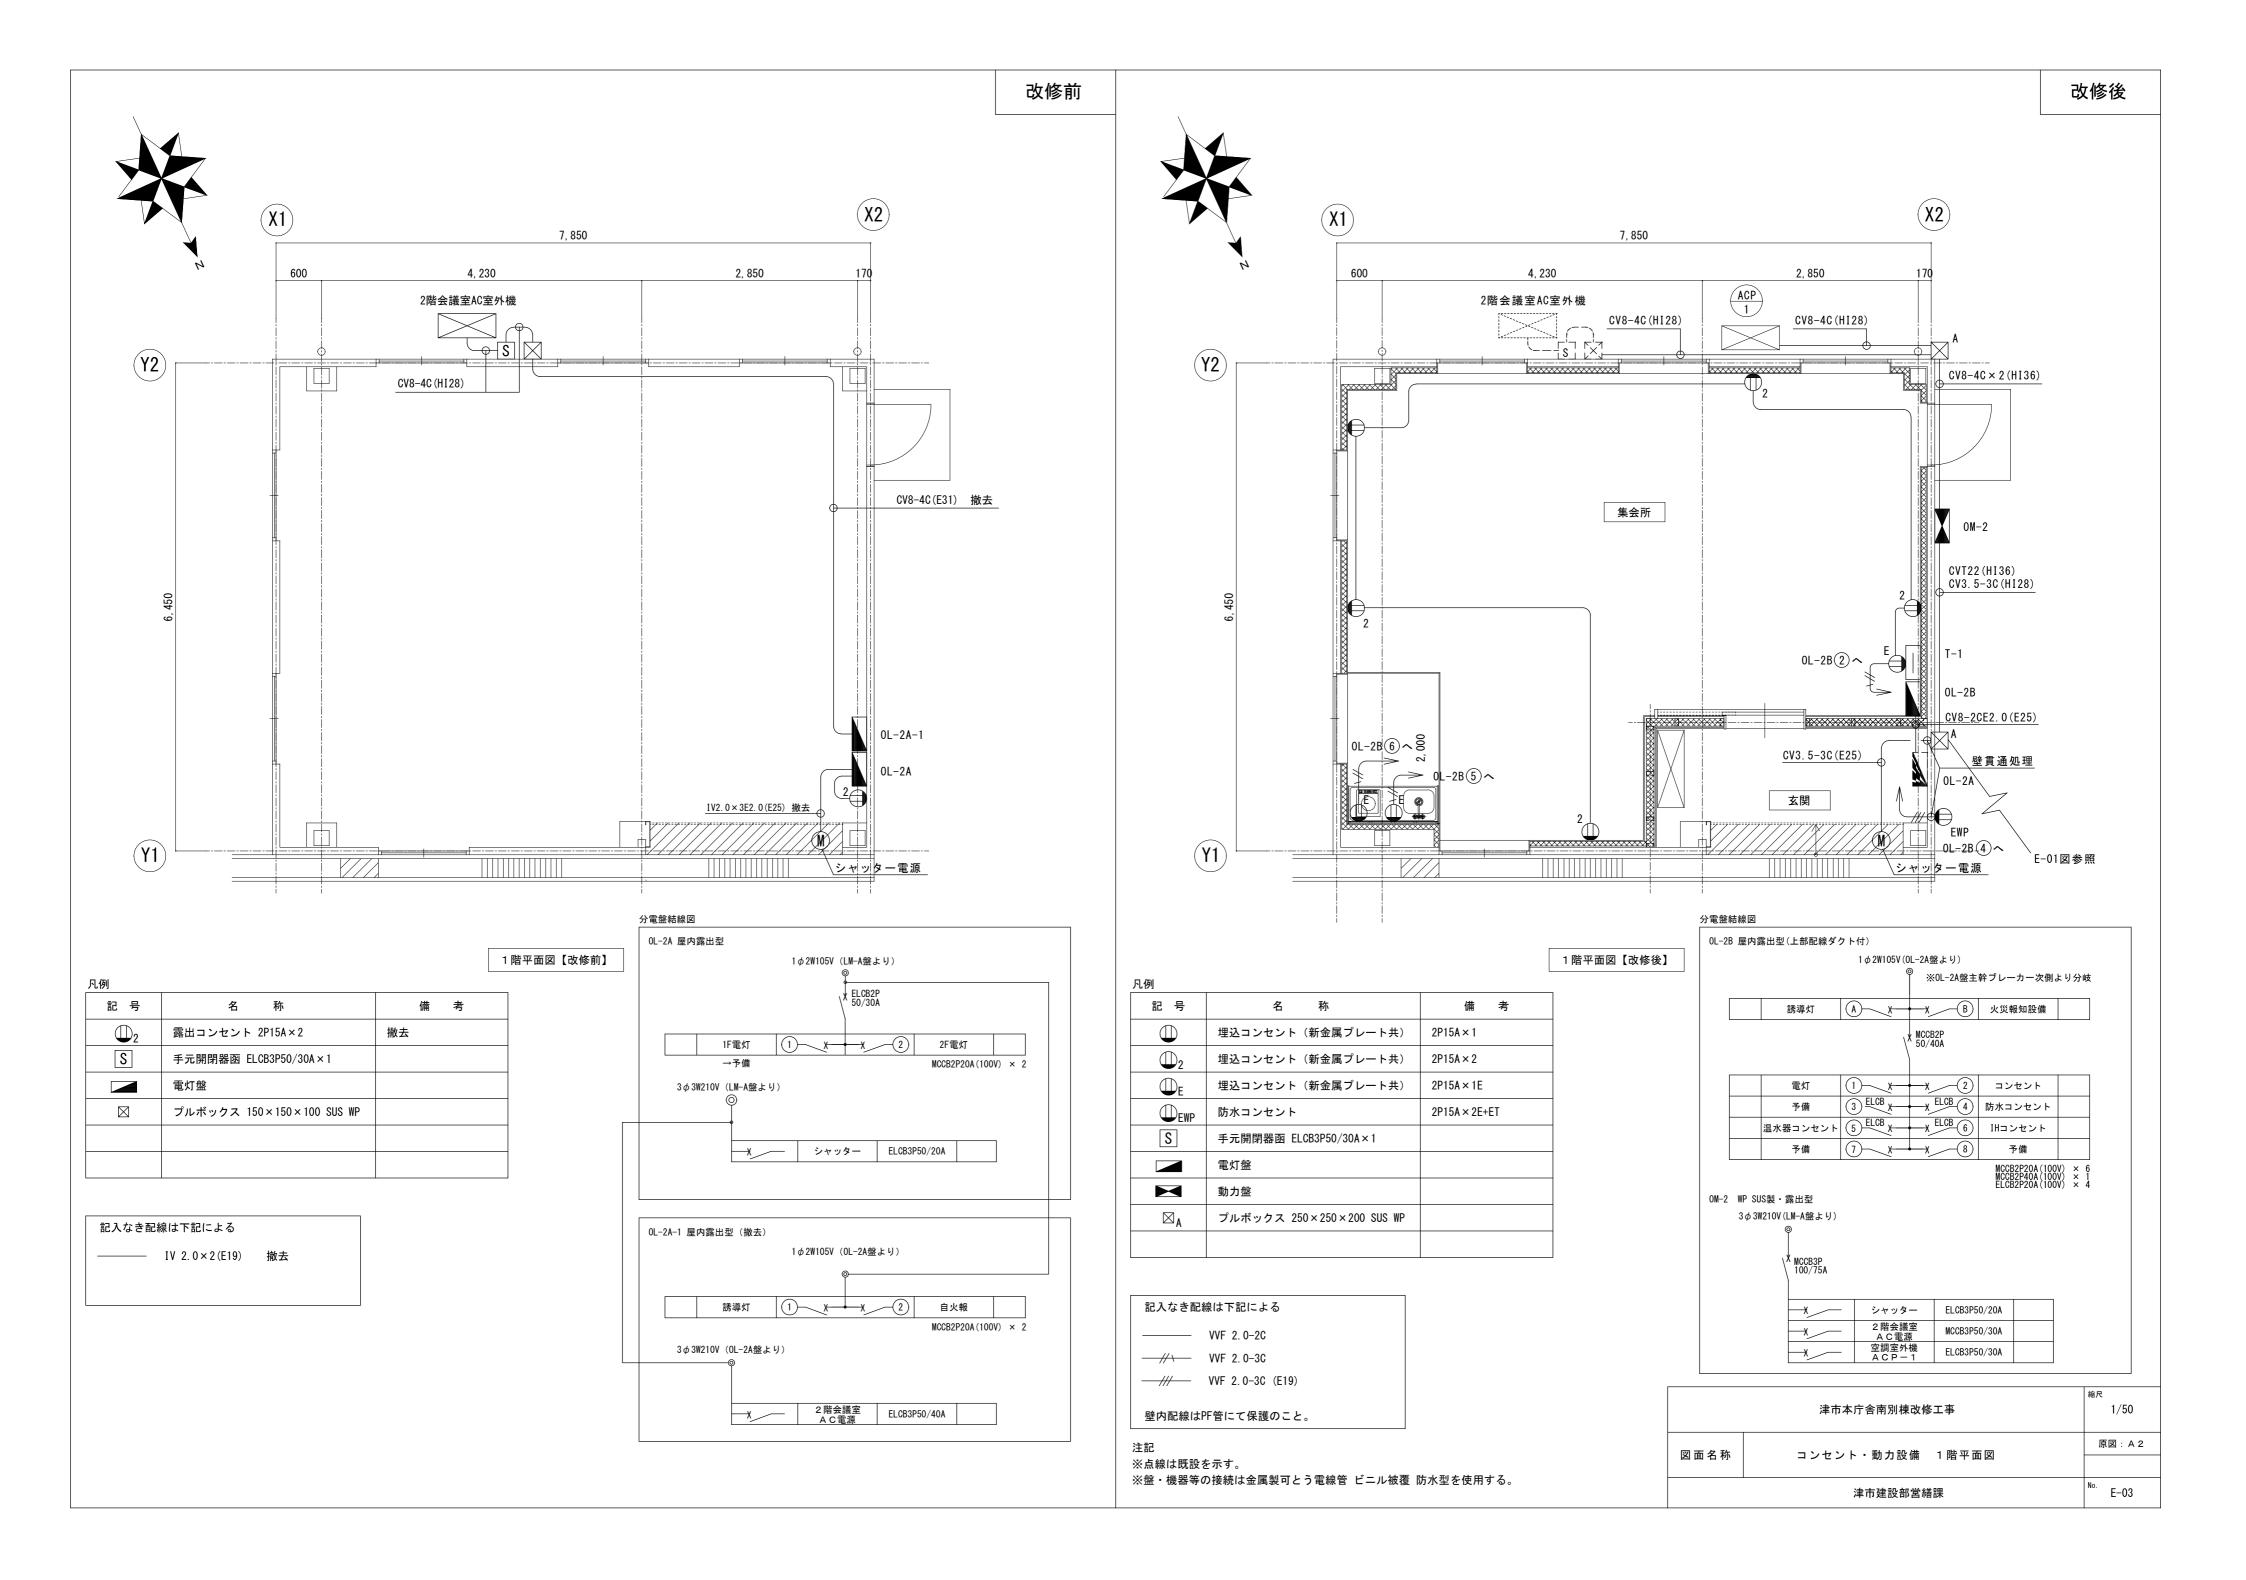

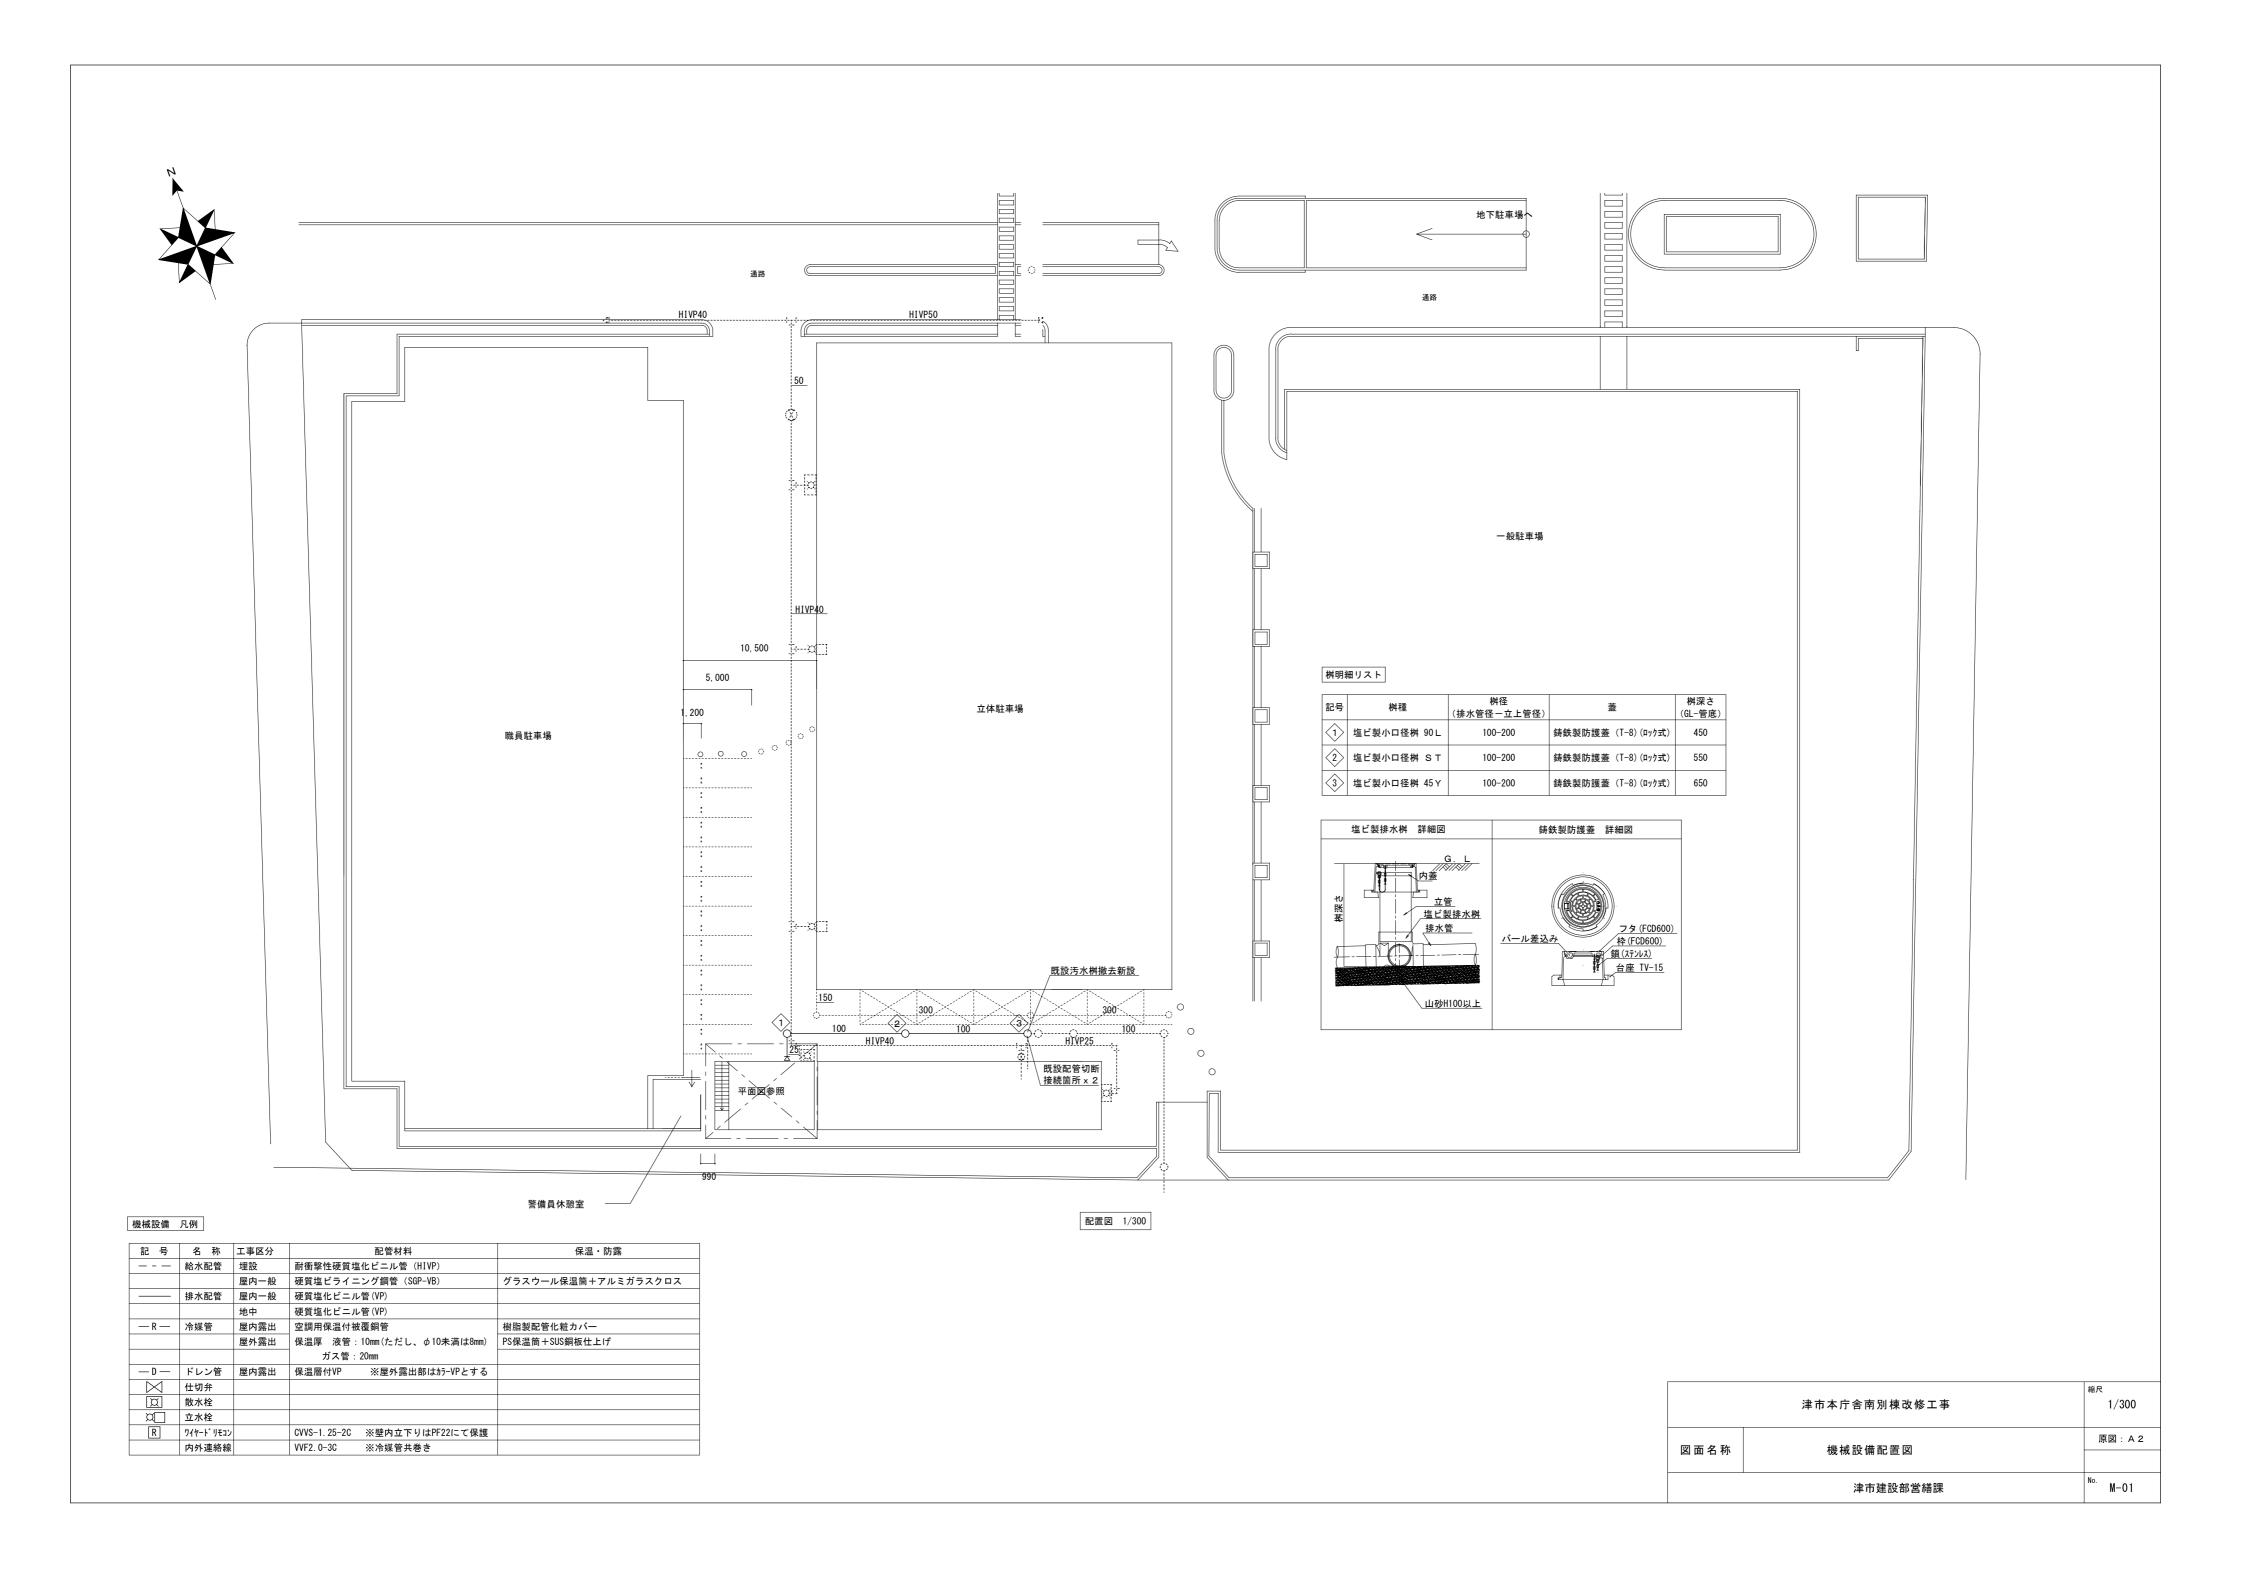

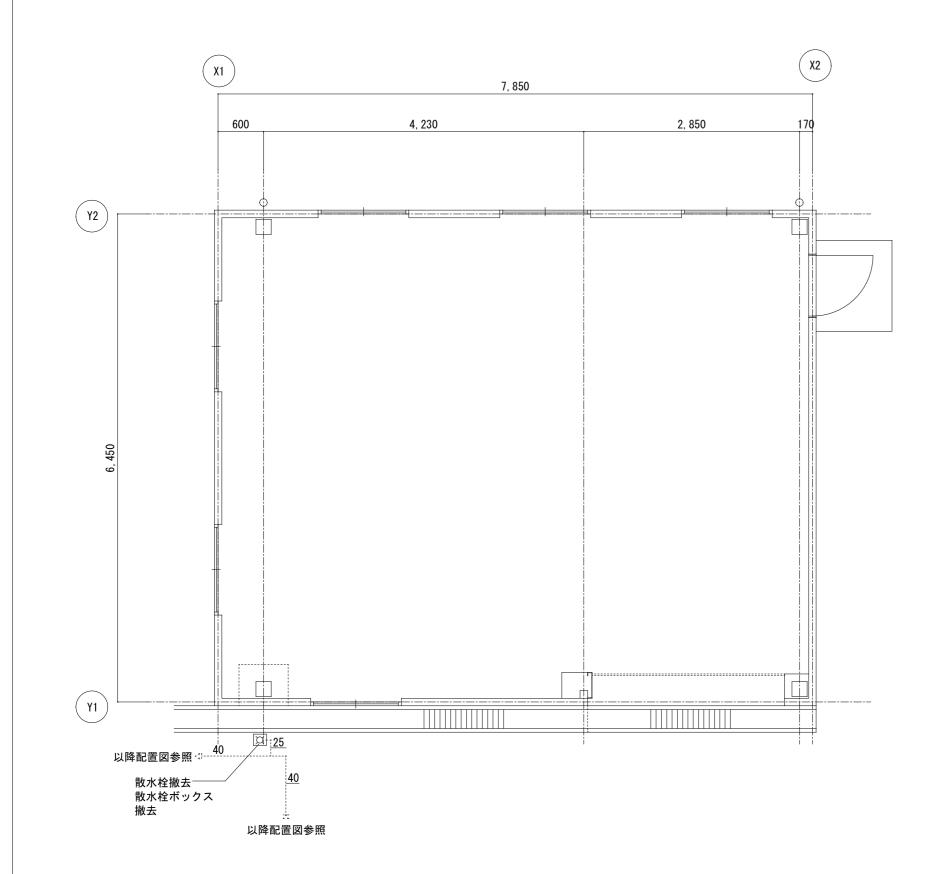

1 階平面図【改修前】

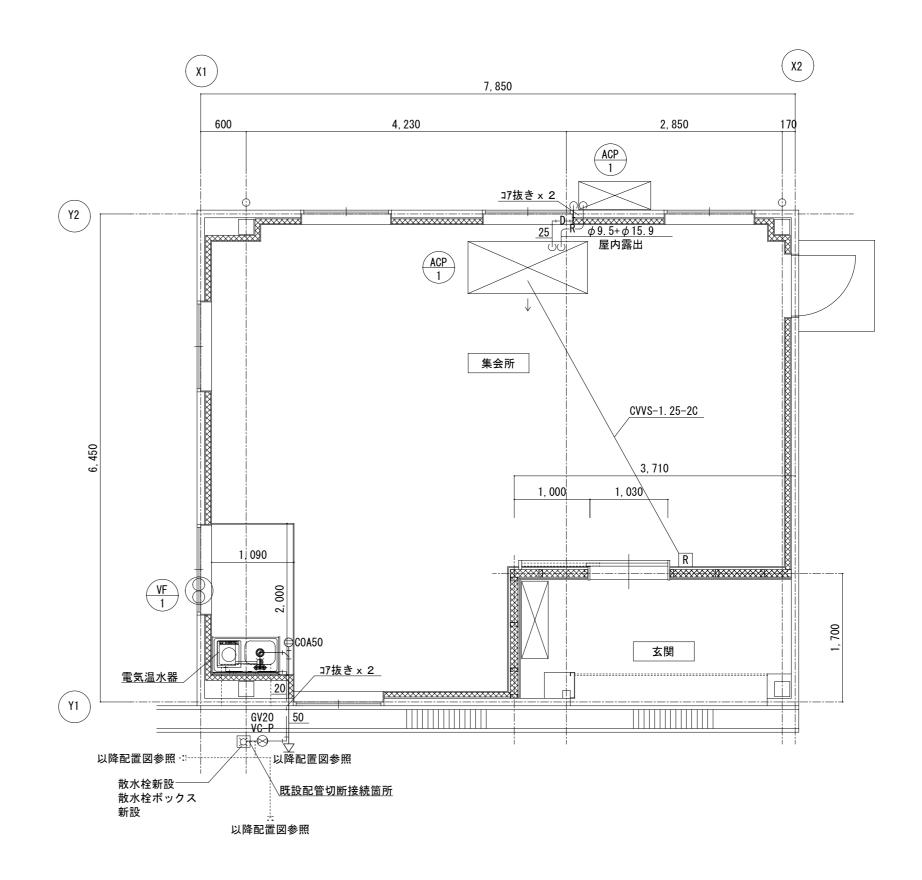

1 階平面図【改修後】

換象	換気機器表(新設)								
記号	機器名称	電気容量 電気容量		台数	/# **				
配方	協品		形式・名称		電圧	消費電力	口奴	備考	
VF-1	壁付換気扇	形式	窓枠据付け格子形	1φ	100V	38W	1	参考品番	
VF-1	空刊授风网	風量	860 m3/h					: EX-25SC3-S	
			SUS製ウェザーカバー,						
		付属品	ウェザーカバー用防鳥網,						
			その他付属品共						

衛生機器表(新設	()	
	参考品番	
名称	上段 TOTO	台数
	下段 LIXIL	
重与汨北盟	REKB12A12 (12L, 1 Ø 100V: 1.1 kW), その他付属品共	1
電気温水器	EHPN-KA12ECV2 (12L, 1 Ø 100V: 1.1kW), その他付属品共	'
23.6° (11.3° 28.4.4.4.4.4.4.4.4.4.4.4.4.4.4.4.4.4.4.4	TKS05301J	4
シングルレバー混合水栓	SF-WM420SYX (JW)	'

	空調	機器表(新設) 空冷ヒー	ートポンプ式	
	記号	形式・名称	仕様	台数
	ACP-1	パッケージエアコン	冷房能力:12.5kW 暖房能力:14.0kW 3φ200V	1
		天吊形	消費電力 冷房: 3.98kW 暖房: 4.06kW 暖房最大: 5.97kW	
			ワイヤードリモコン 他付属品共	
			基礎: 既製RC基礎 (L=500)	
- 1				

(注記)

運転特性、能力はJIS条件による。電源容量値は参考とする。 空調機トップランナー基準改定仕様とする。冷媒ガスはオゾン破壊係数ゼロとする。 室外機一室内機間の2次側配線は冷媒管と抱き合わせの上本工事とする。 リモコン配線共本工事とする。室外機・室内機共耐震振れ止め、転倒防止を施す事。 機器は同等品以上とする。機器の製作仕様は国土交通省仕様とする。 但し該当しない機器については製造者標準仕様による。

	津市本庁舎南別棟改修工事		
図面名称	1 階平面詳細図(改修前・後)	原図:A2	
	津市建設部営繕課	No. M-02	