



造成縦断 面

V=1:100 H=1:200

計画線は、中心から左へ6.5m地点

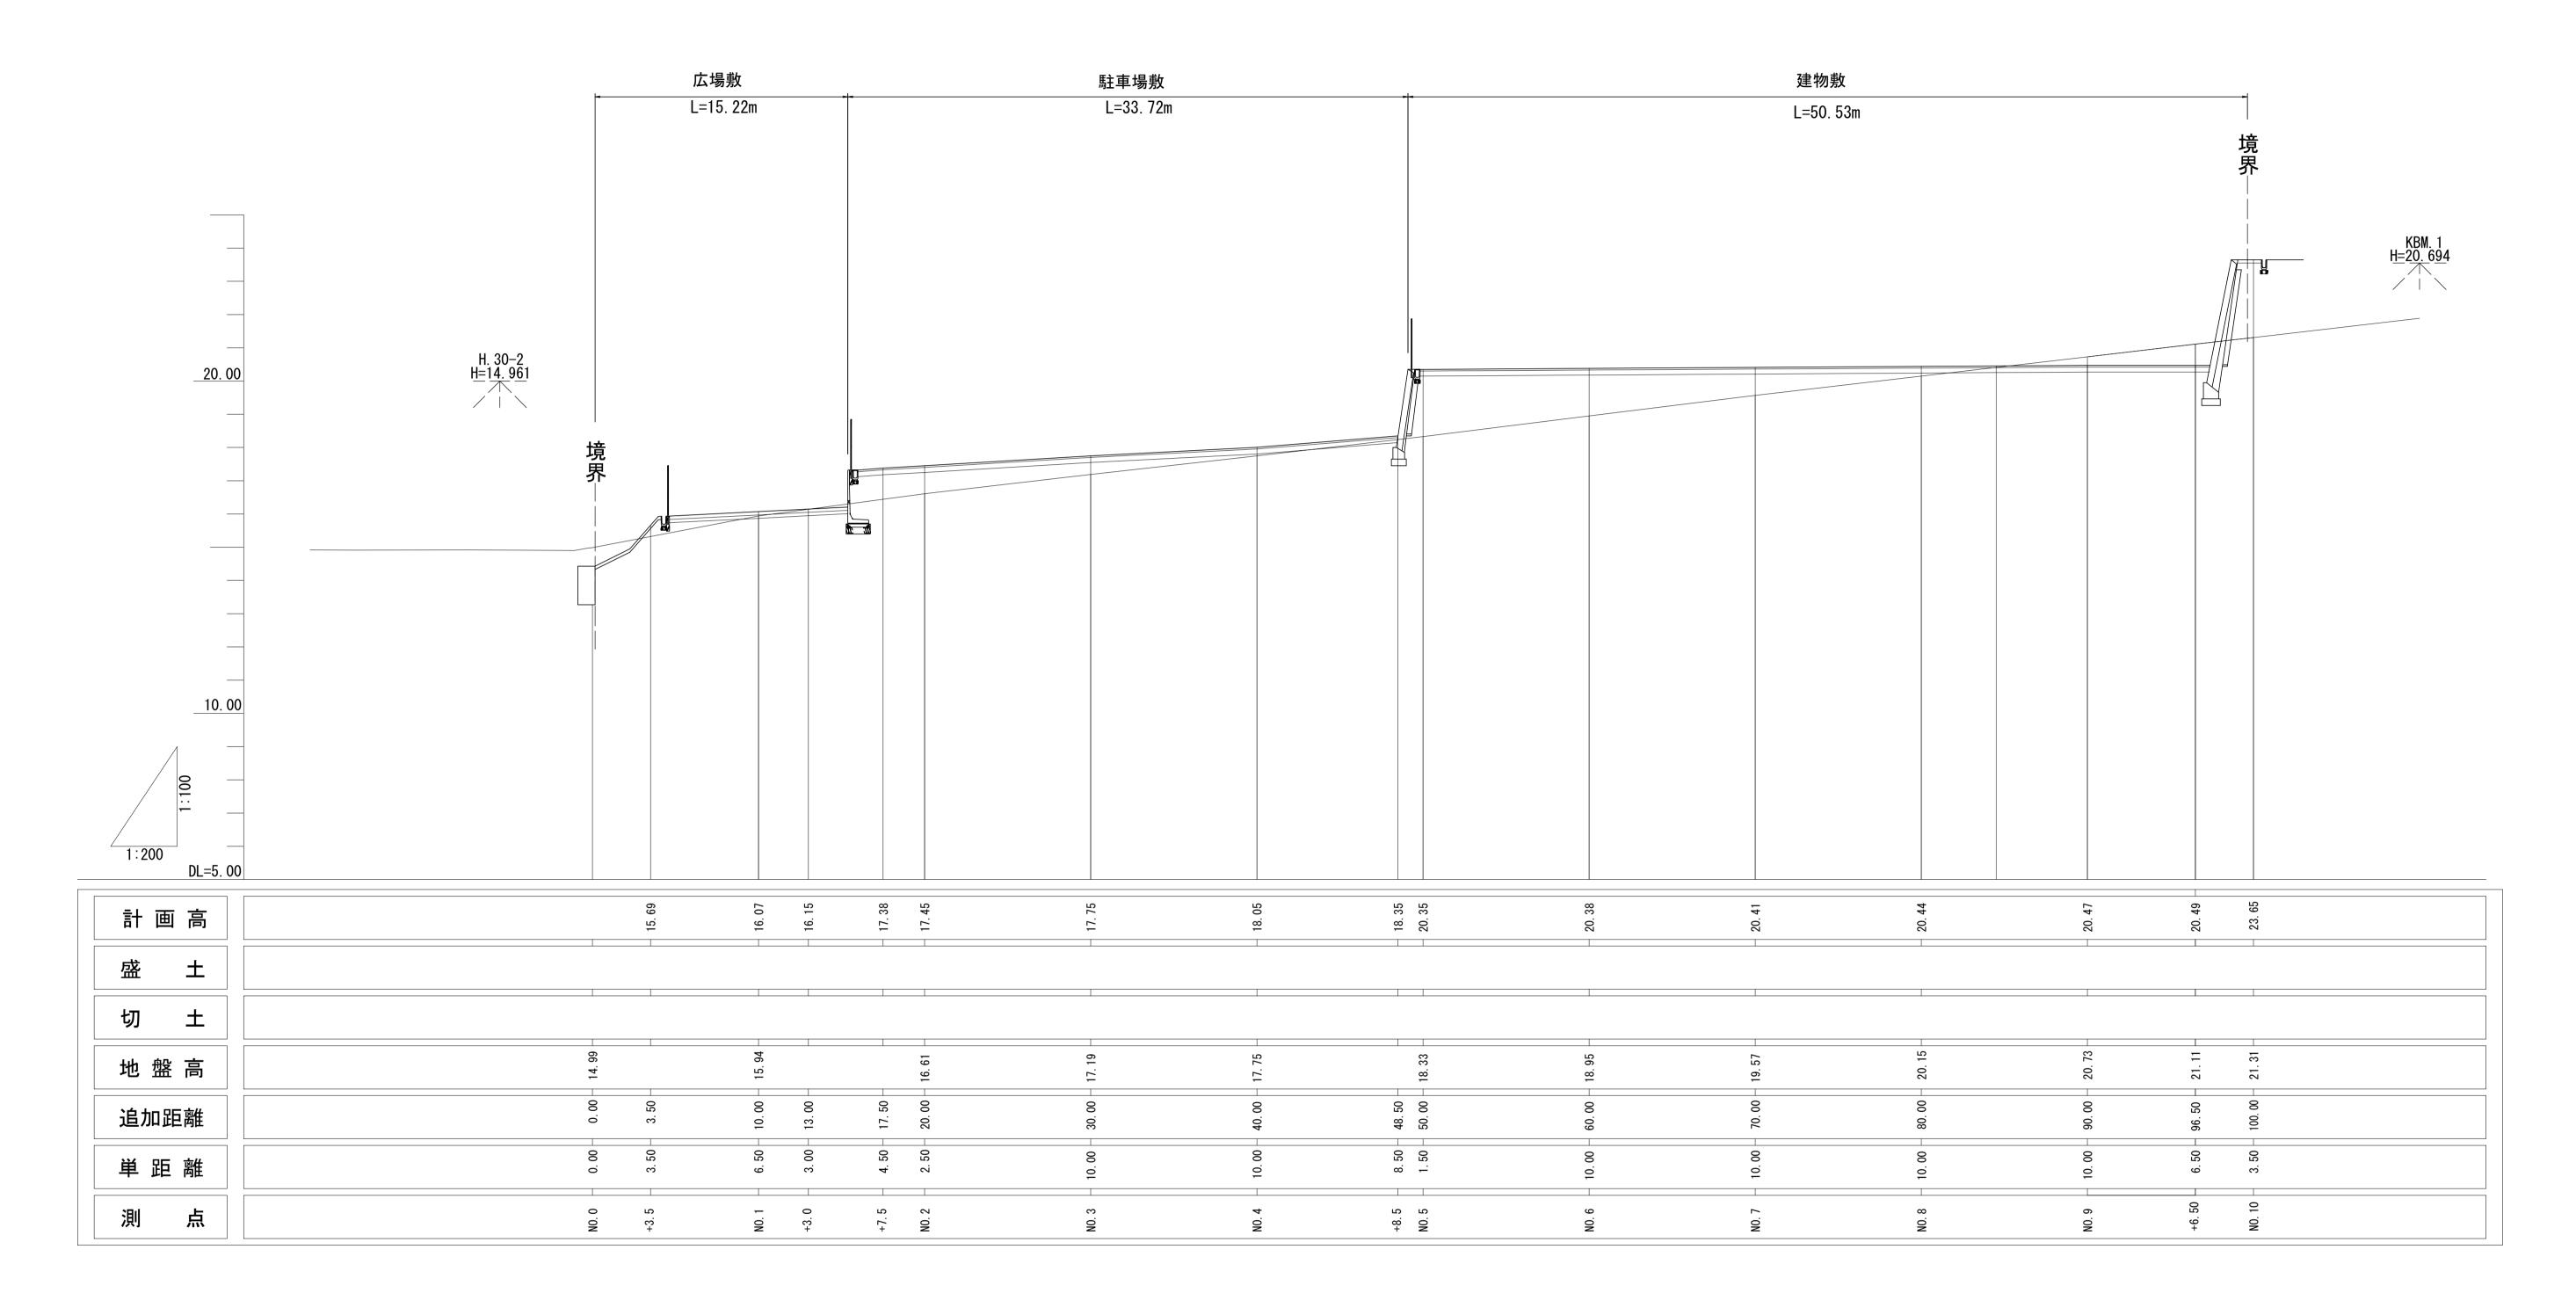


※この図面はA1サイズを原寸とする。			
工事名	令和 2 年度河川市交第 1 号 (仮称)津西会館別館造成工事		
施工箇所名 津市観音寺町地内			
図 面 名	造 成 縦 断 面 図		
縮尺	V=1/100 H=1/200 図面番号 8 / 30		
事業所名	津市建設部河川排水推進室		

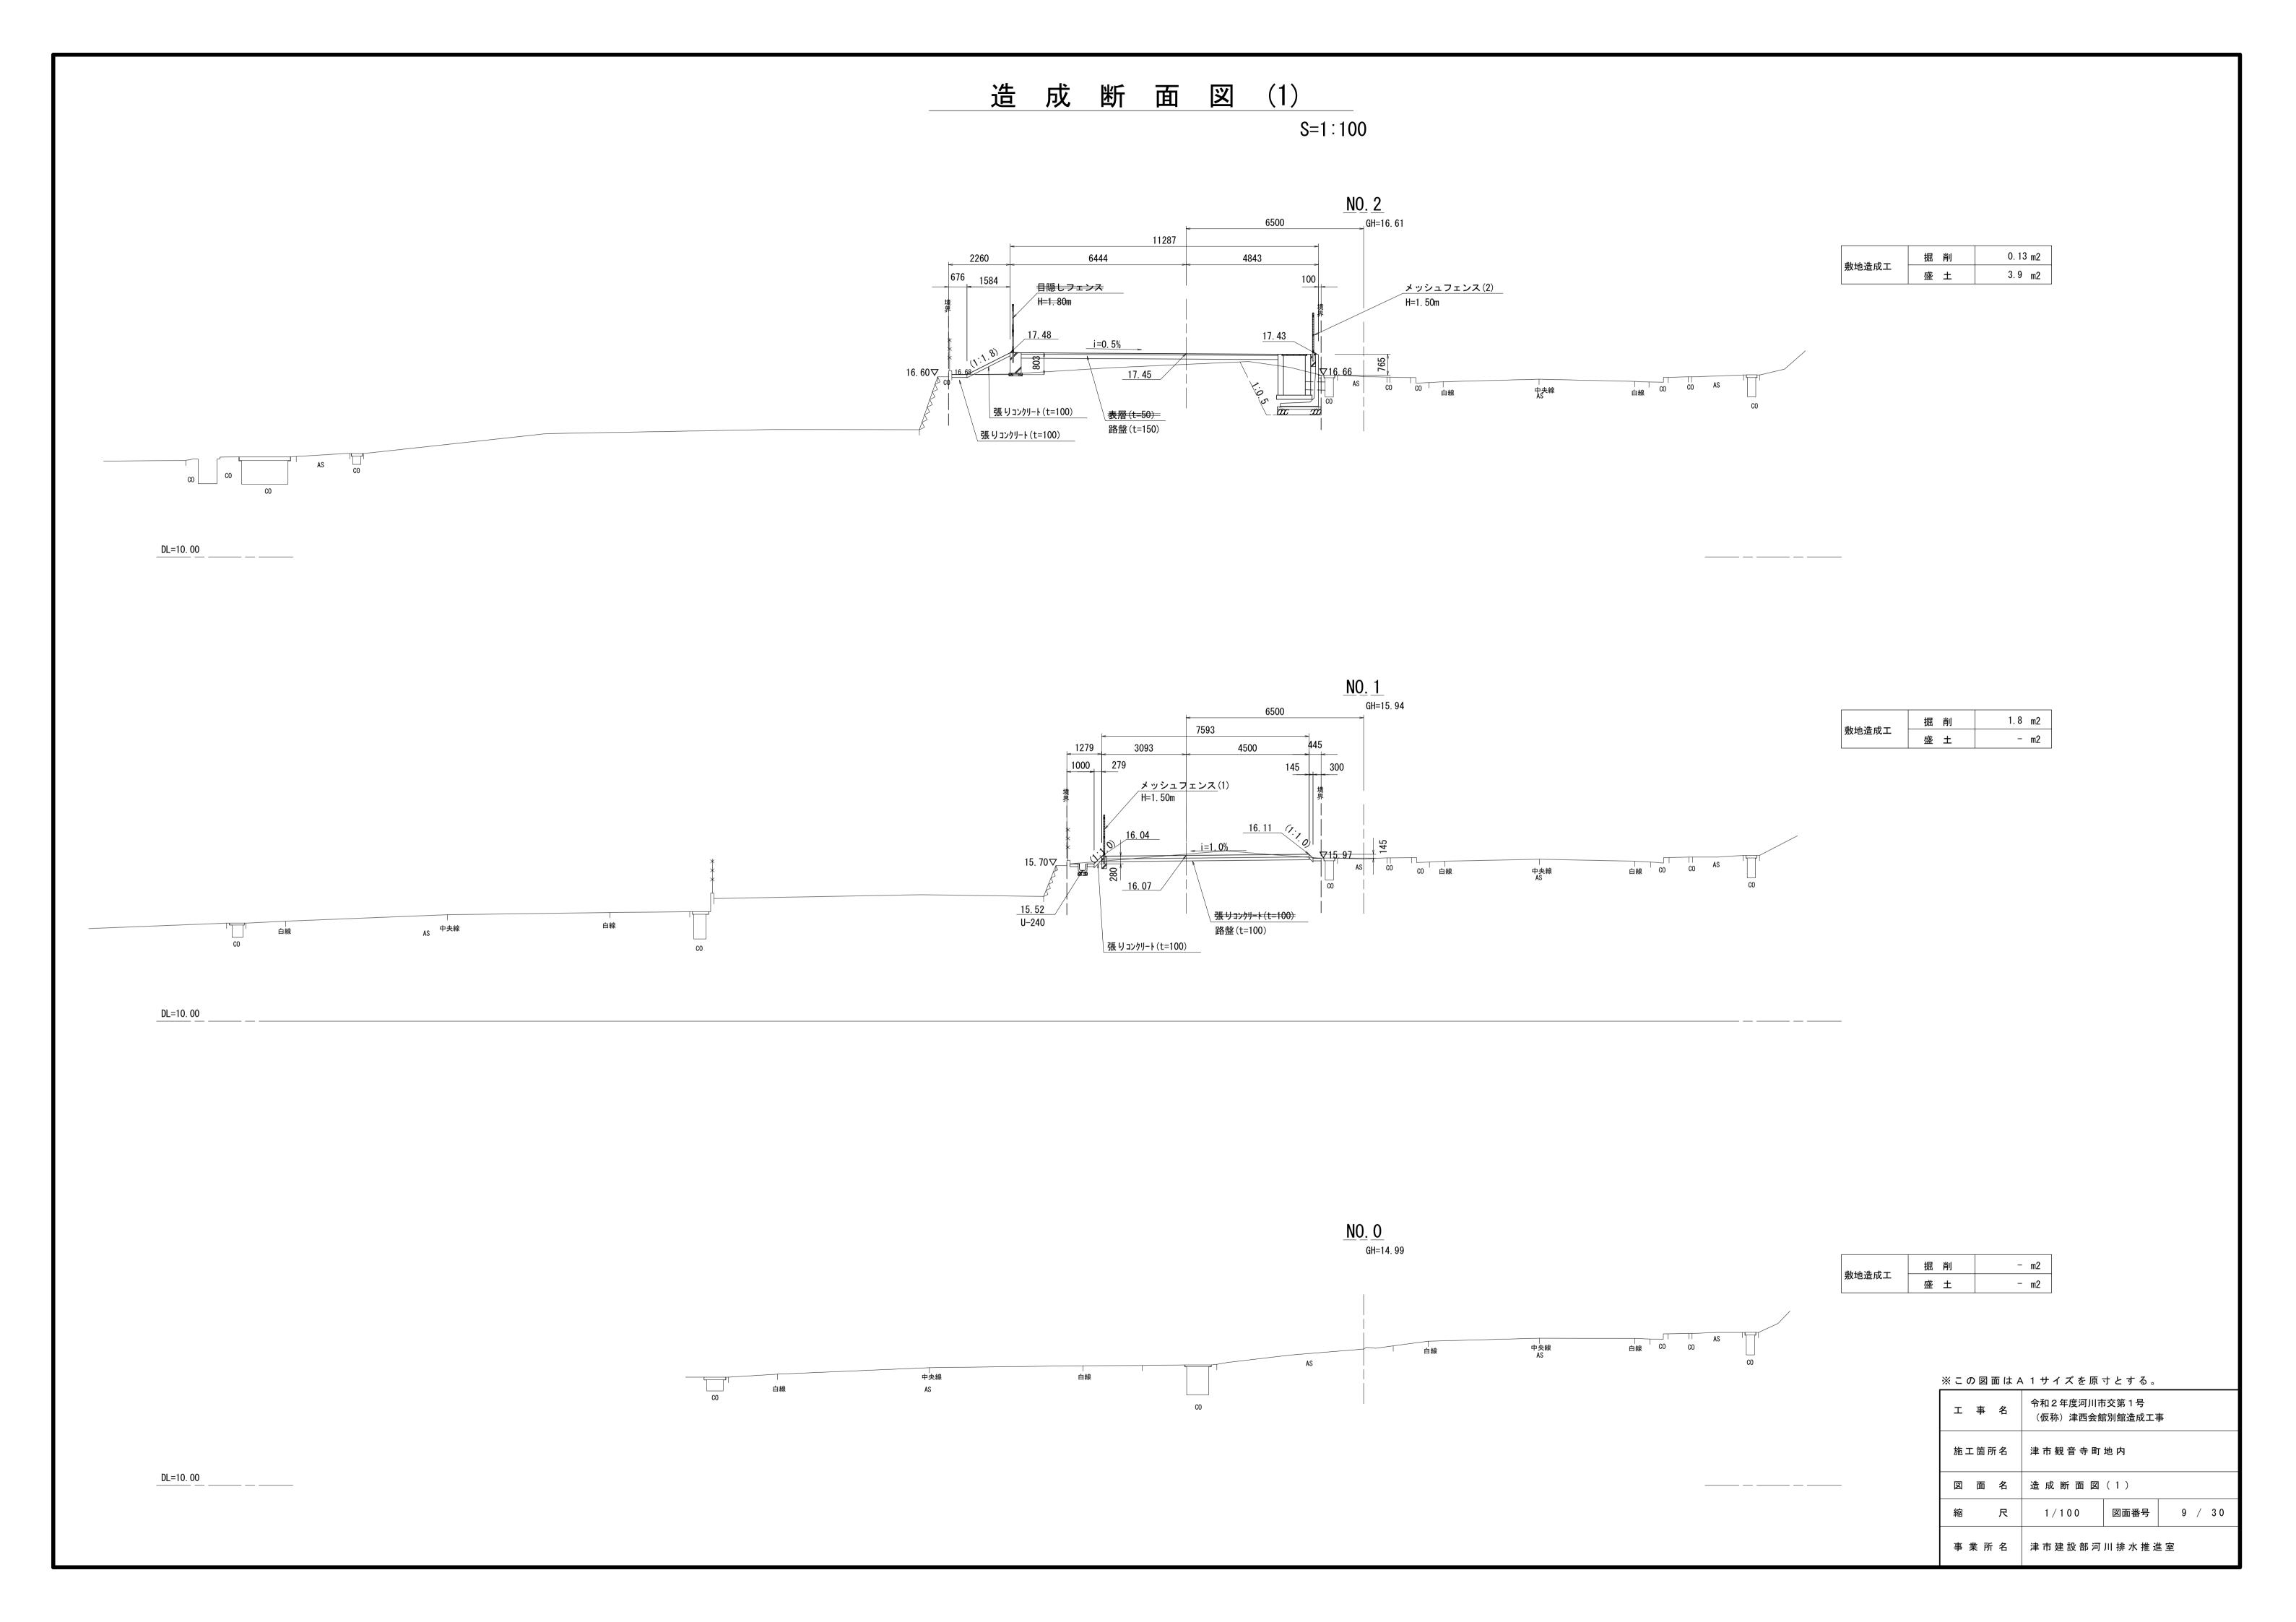


造 成 断 面 図 (2)


S=1:100

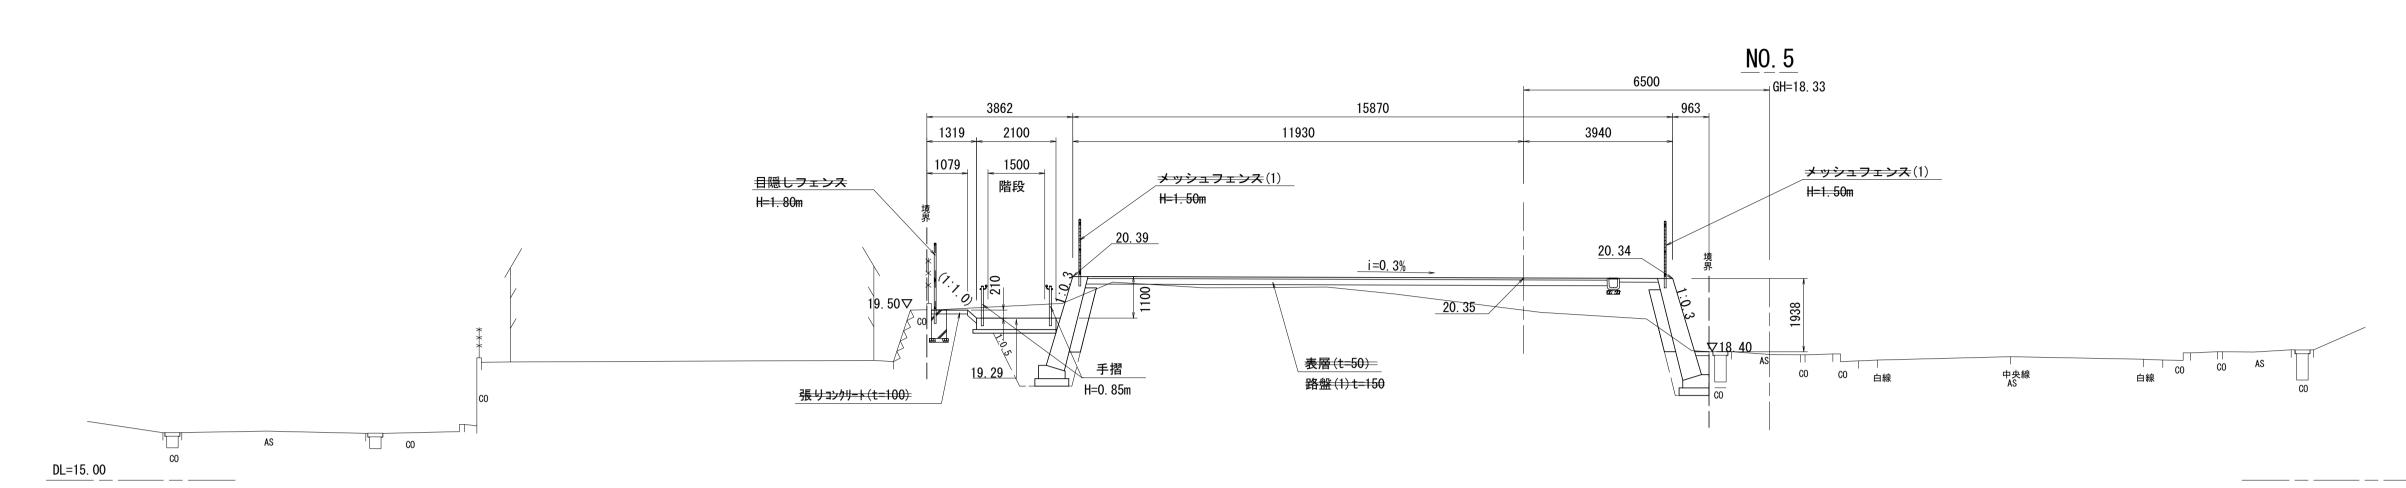

敷地造成工	掘削	1.0 m2	
	盛土	7.8 m2	
擁壁工 (ブロック積擁壁(1))	床掘	3. 41 m2	// - ** 1
	埋戻し	1.67 m2	(作業土工1
	床掘	1. 45 m2	// - ** - 0
	埋戻し	0. 44 m2	(作業土工3

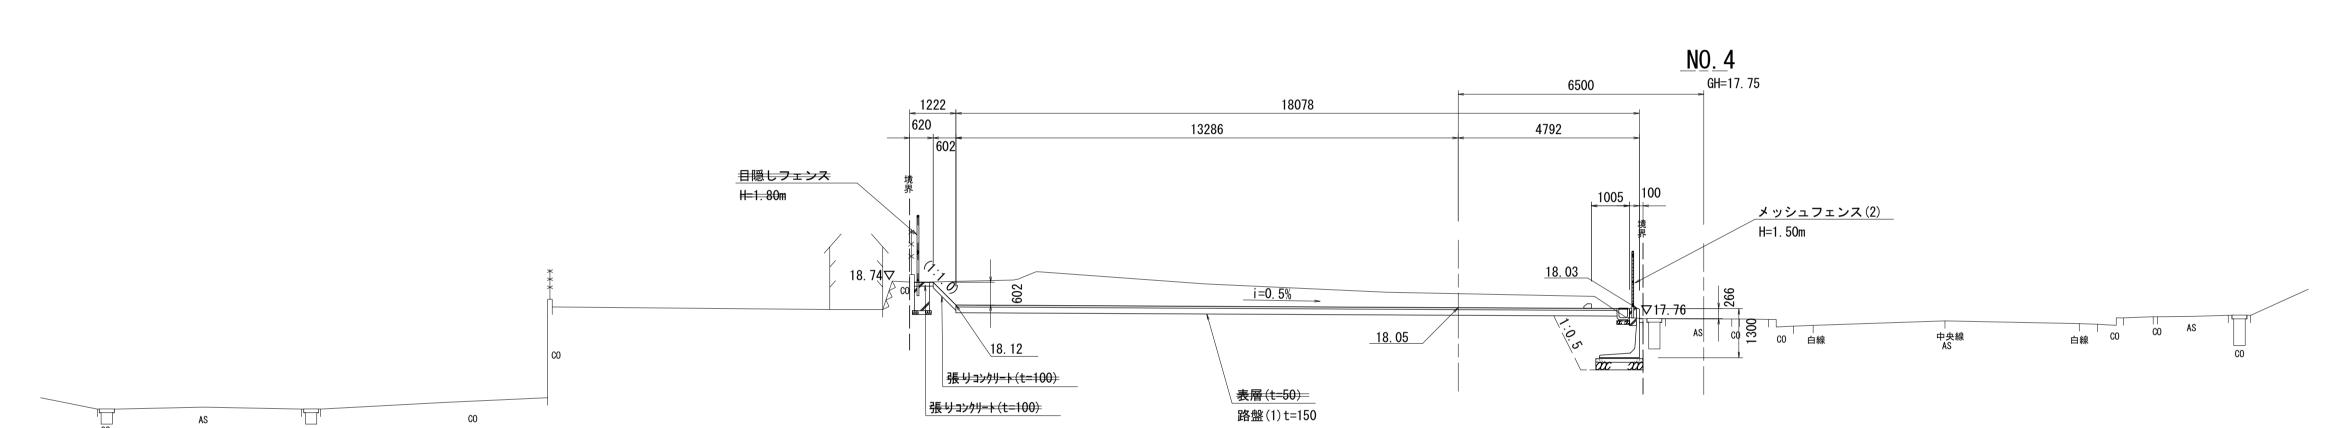

	掘削	13. 2 m2
敷地造成工	盛土	0. 01 m2

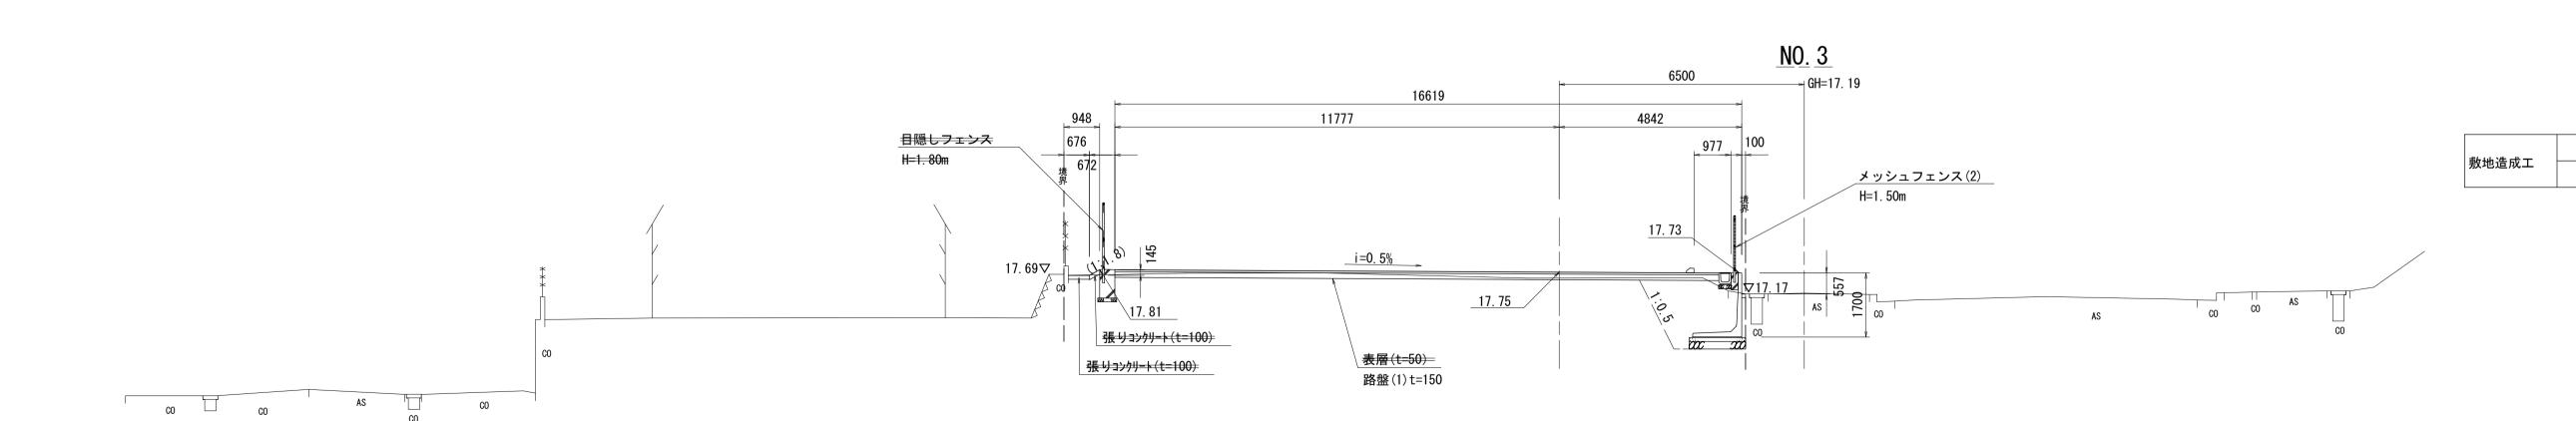


1. 6 m2 0. 15 m2

工事名	令和2年度河川市交第1号 (仮称)津西会館別館造成工事		
施工箇所名	津市観音寺町地内		
図 面 名	造成断面図(2)		
縮尺	1/100 図面番号 10 / 30		
事業所名	津市建設部河川排水推進室		


造 成 断 面 図 (3)

S=1:100

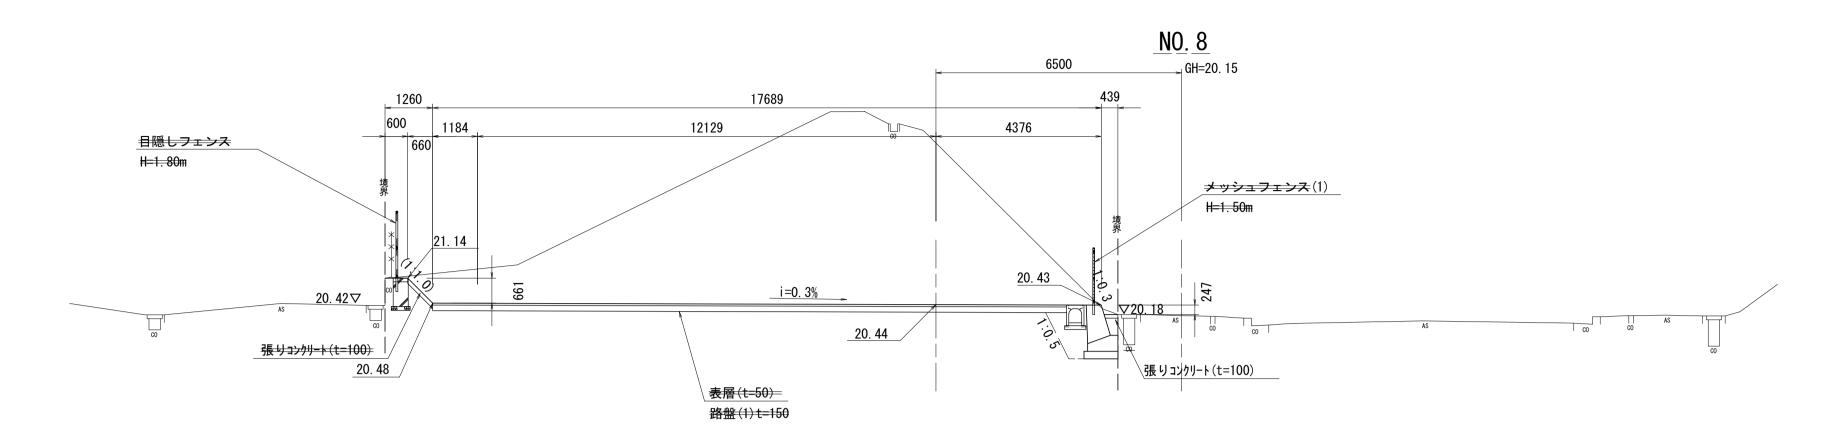


敦地造成工 ·	掘削	50.8 m2	
	盛土	- m2	
擁壁工 ブロック積擁壁(1))	床掘	2. 16 m2	//上** 土 〒 2\
	埋戻し	0.87 m2	(作業土工3)

DL=15.00

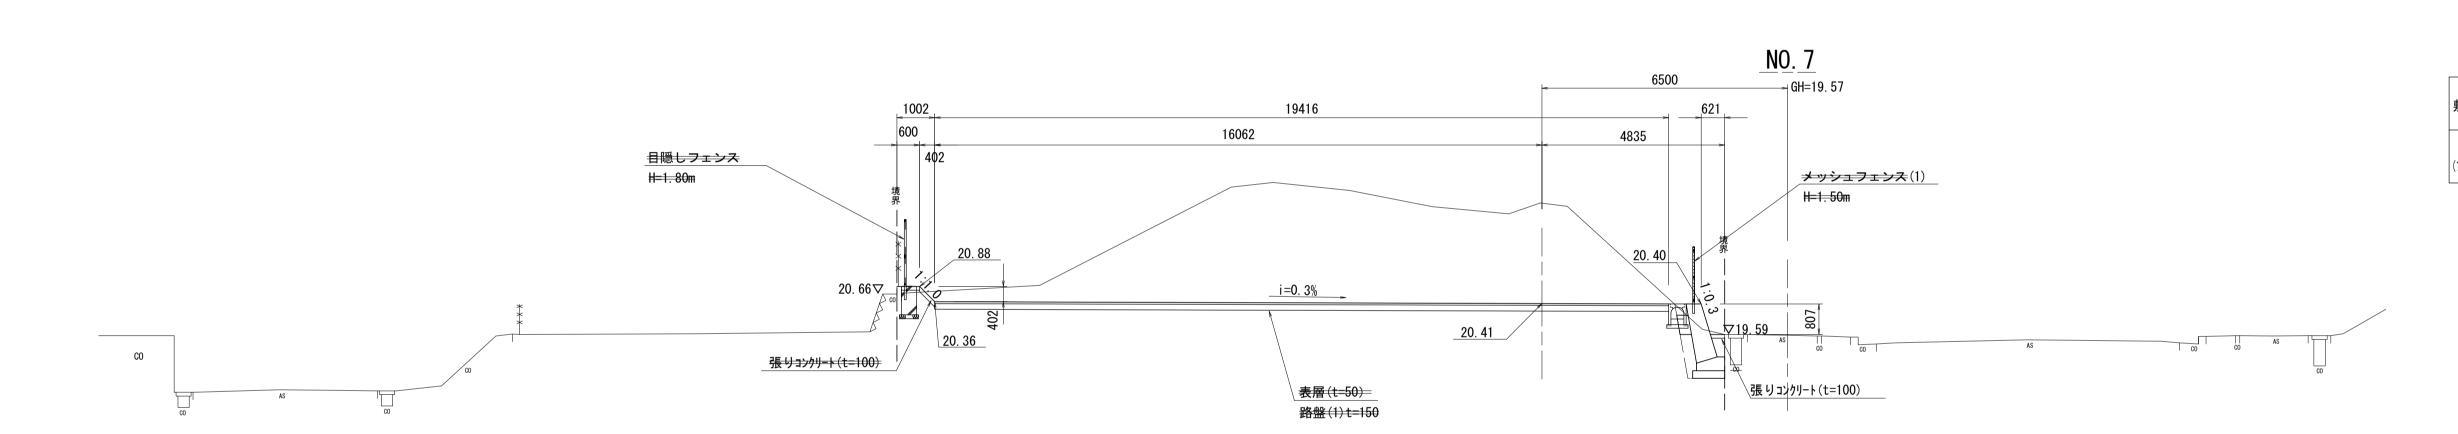

-11.1.1.1	掘削	39.0 m2	
敷地造成工	盛土	0. 05 m2	
擁壁工	床掘	1.57 m2	// // ** 土 一 2)
(ブロック積擁壁(1))	埋戻し	0. 46 m2	(作業土工3)

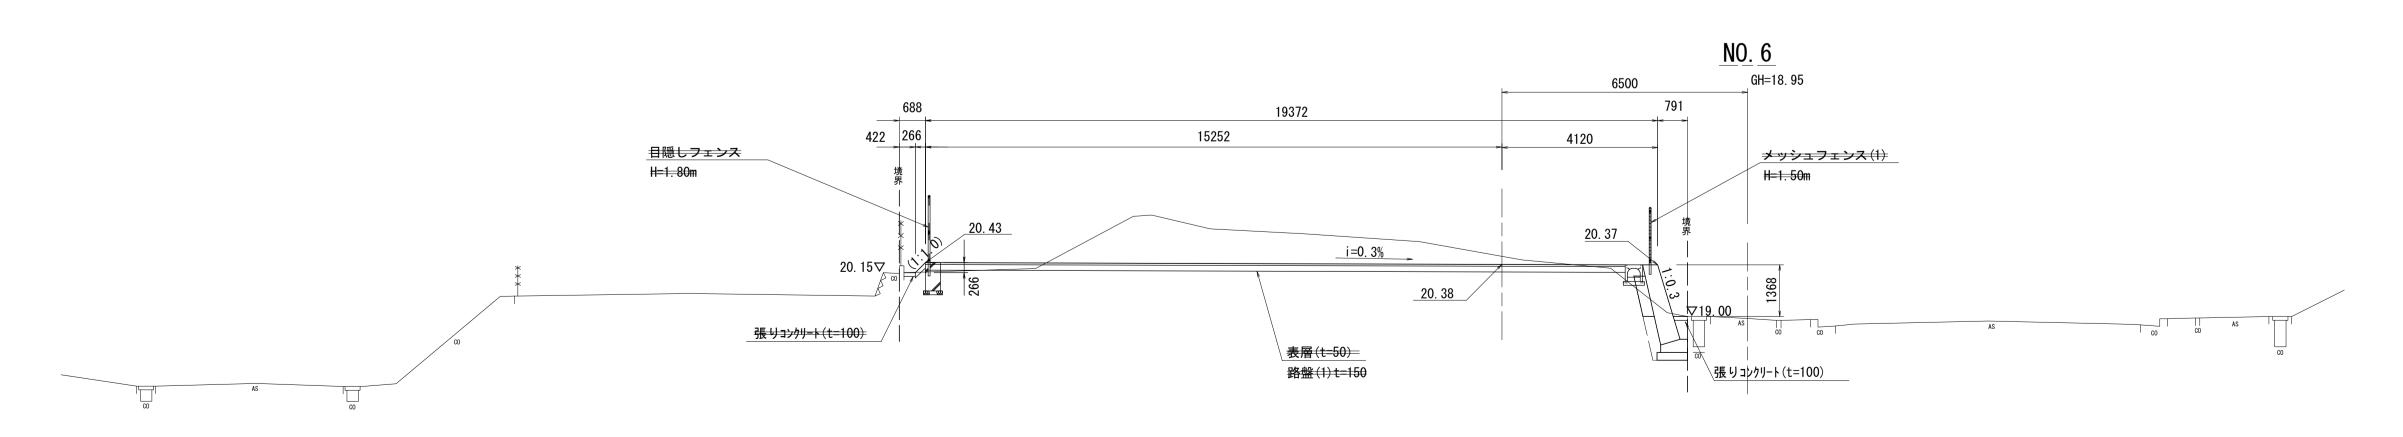


#644 '# 1" T	掘削	9.1 m2	
敷地造成工	盛土	0. 38 m2	
擁壁工	床掘	1.52 m2	//5***********************************
(ブロック積擁壁(1))	埋戻し	0. 45 m2	(作業土工3)

※この図面はA1サイズを原寸とする。


x = 3 = = 10.71			
工事名	令和2年度河川市交第1号 (仮称)津西会館別館造成工事		
施工箇所名	津市観音寺町地内		
図 面 名	造成断面図(3)		
縮尺	1/100 図面番号 11 / 30		
事業所名	津市建設部河川排水推進室		

造 成 断 面 図 (4)


S=1:100

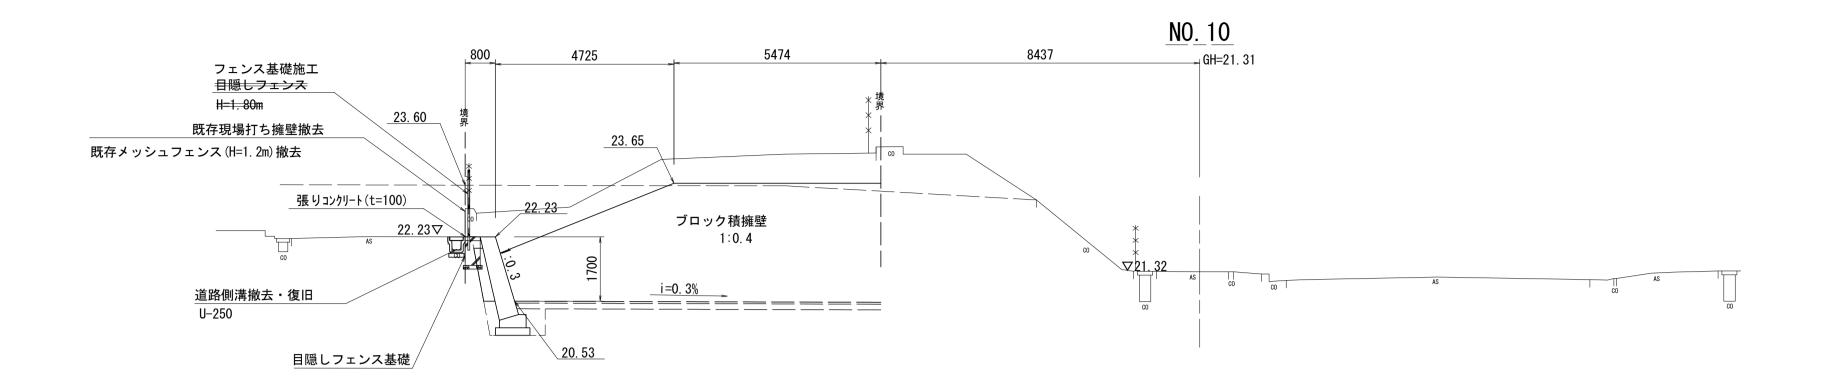

#6.14.14 /* ~	掘削	- m2
敷地造成工	盛土	- m2
 擁壁工	床掘	2. 42 m2
(ブロック積擁壁(2))	埋戻し	0. 64 m2

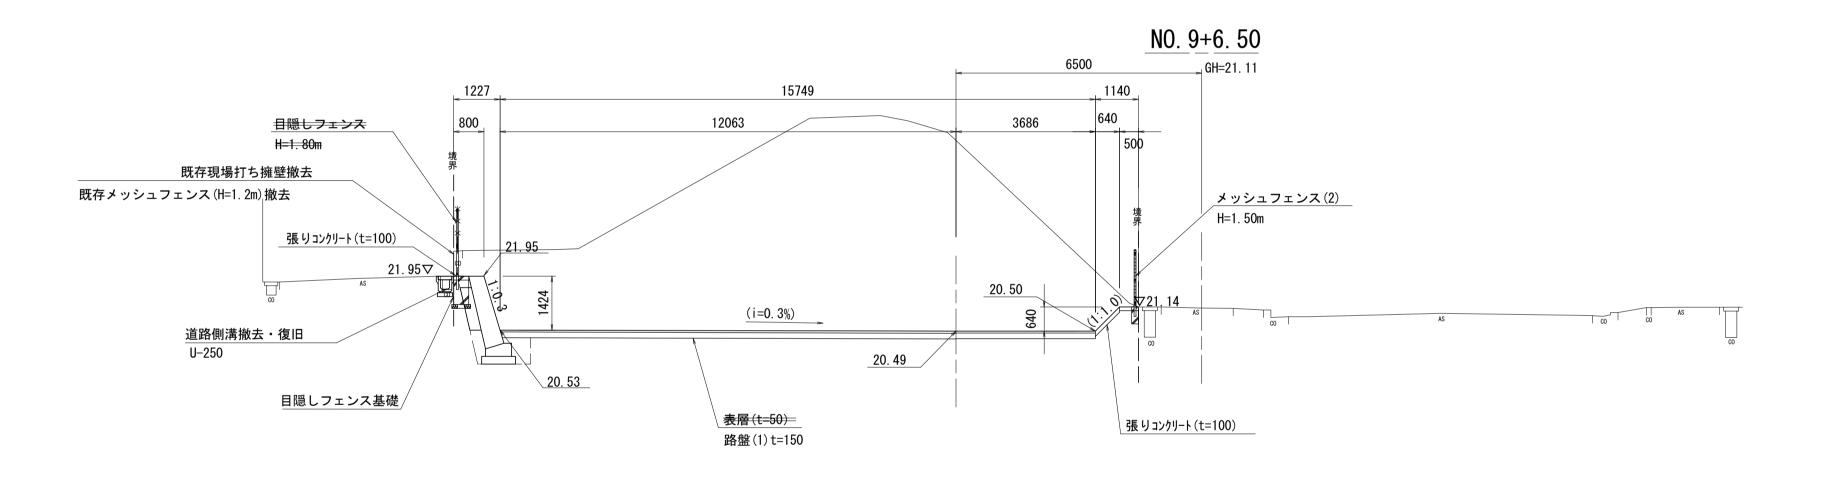


#5.14 \\ \tau \cdot \cdo	掘削	67. 1 m2
敷地造成工	盛土	- m2
擁壁工	床掘	2. 20 m2
(ブロック積擁壁(2))	埋戻し	0. 62 m2

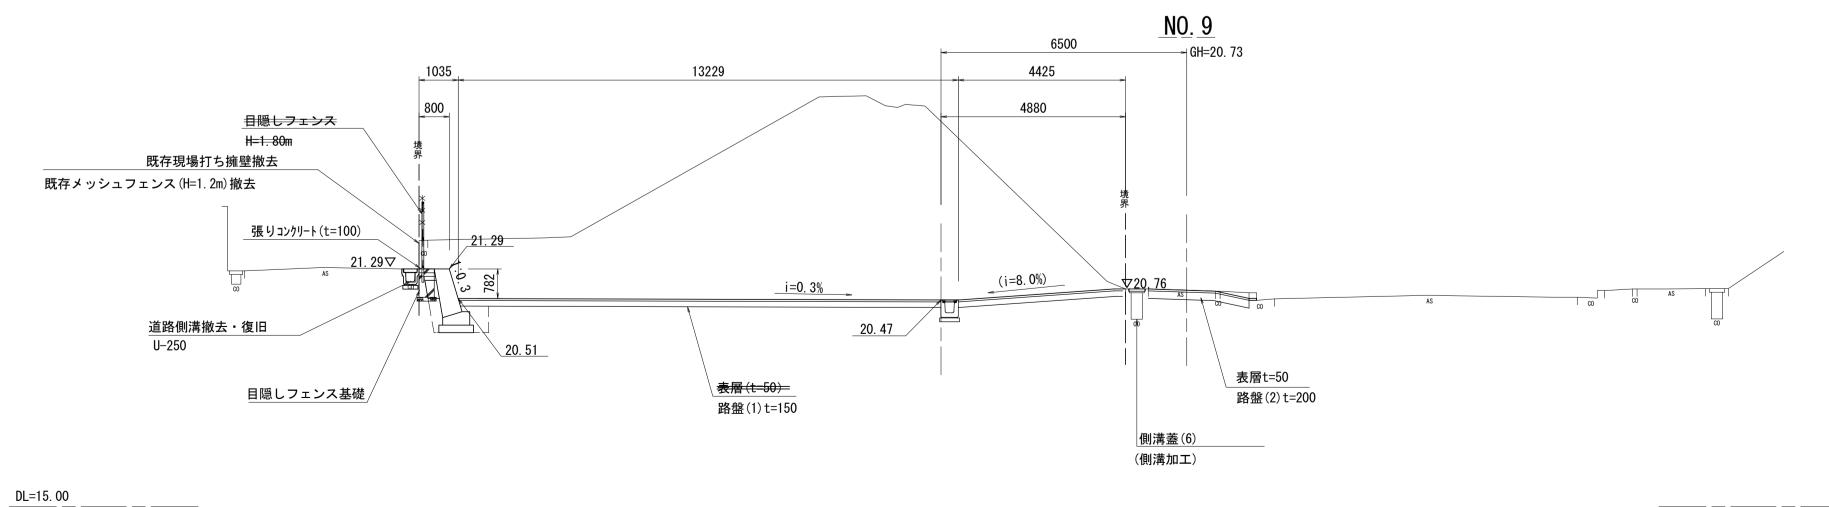

#L 111. \/t -+	掘削	60.8 m2
敷地造成工	盛土	- m2
	床掘	1. 75 m2
(ブロック積擁壁(2))	埋戻し	0. 63 m2

〔この図面は A	、1 サイズを原寸とする。
	<u> </u>

工事名	令和2年度河川市交第1号 (仮称)津西会館別館造成工事
施工箇所名	津市観音寺町地内
図面名	造成断面図(4)
縮尺	1/100 図面番号 12 / 30
事業所名	津市建設部河川排水推進室

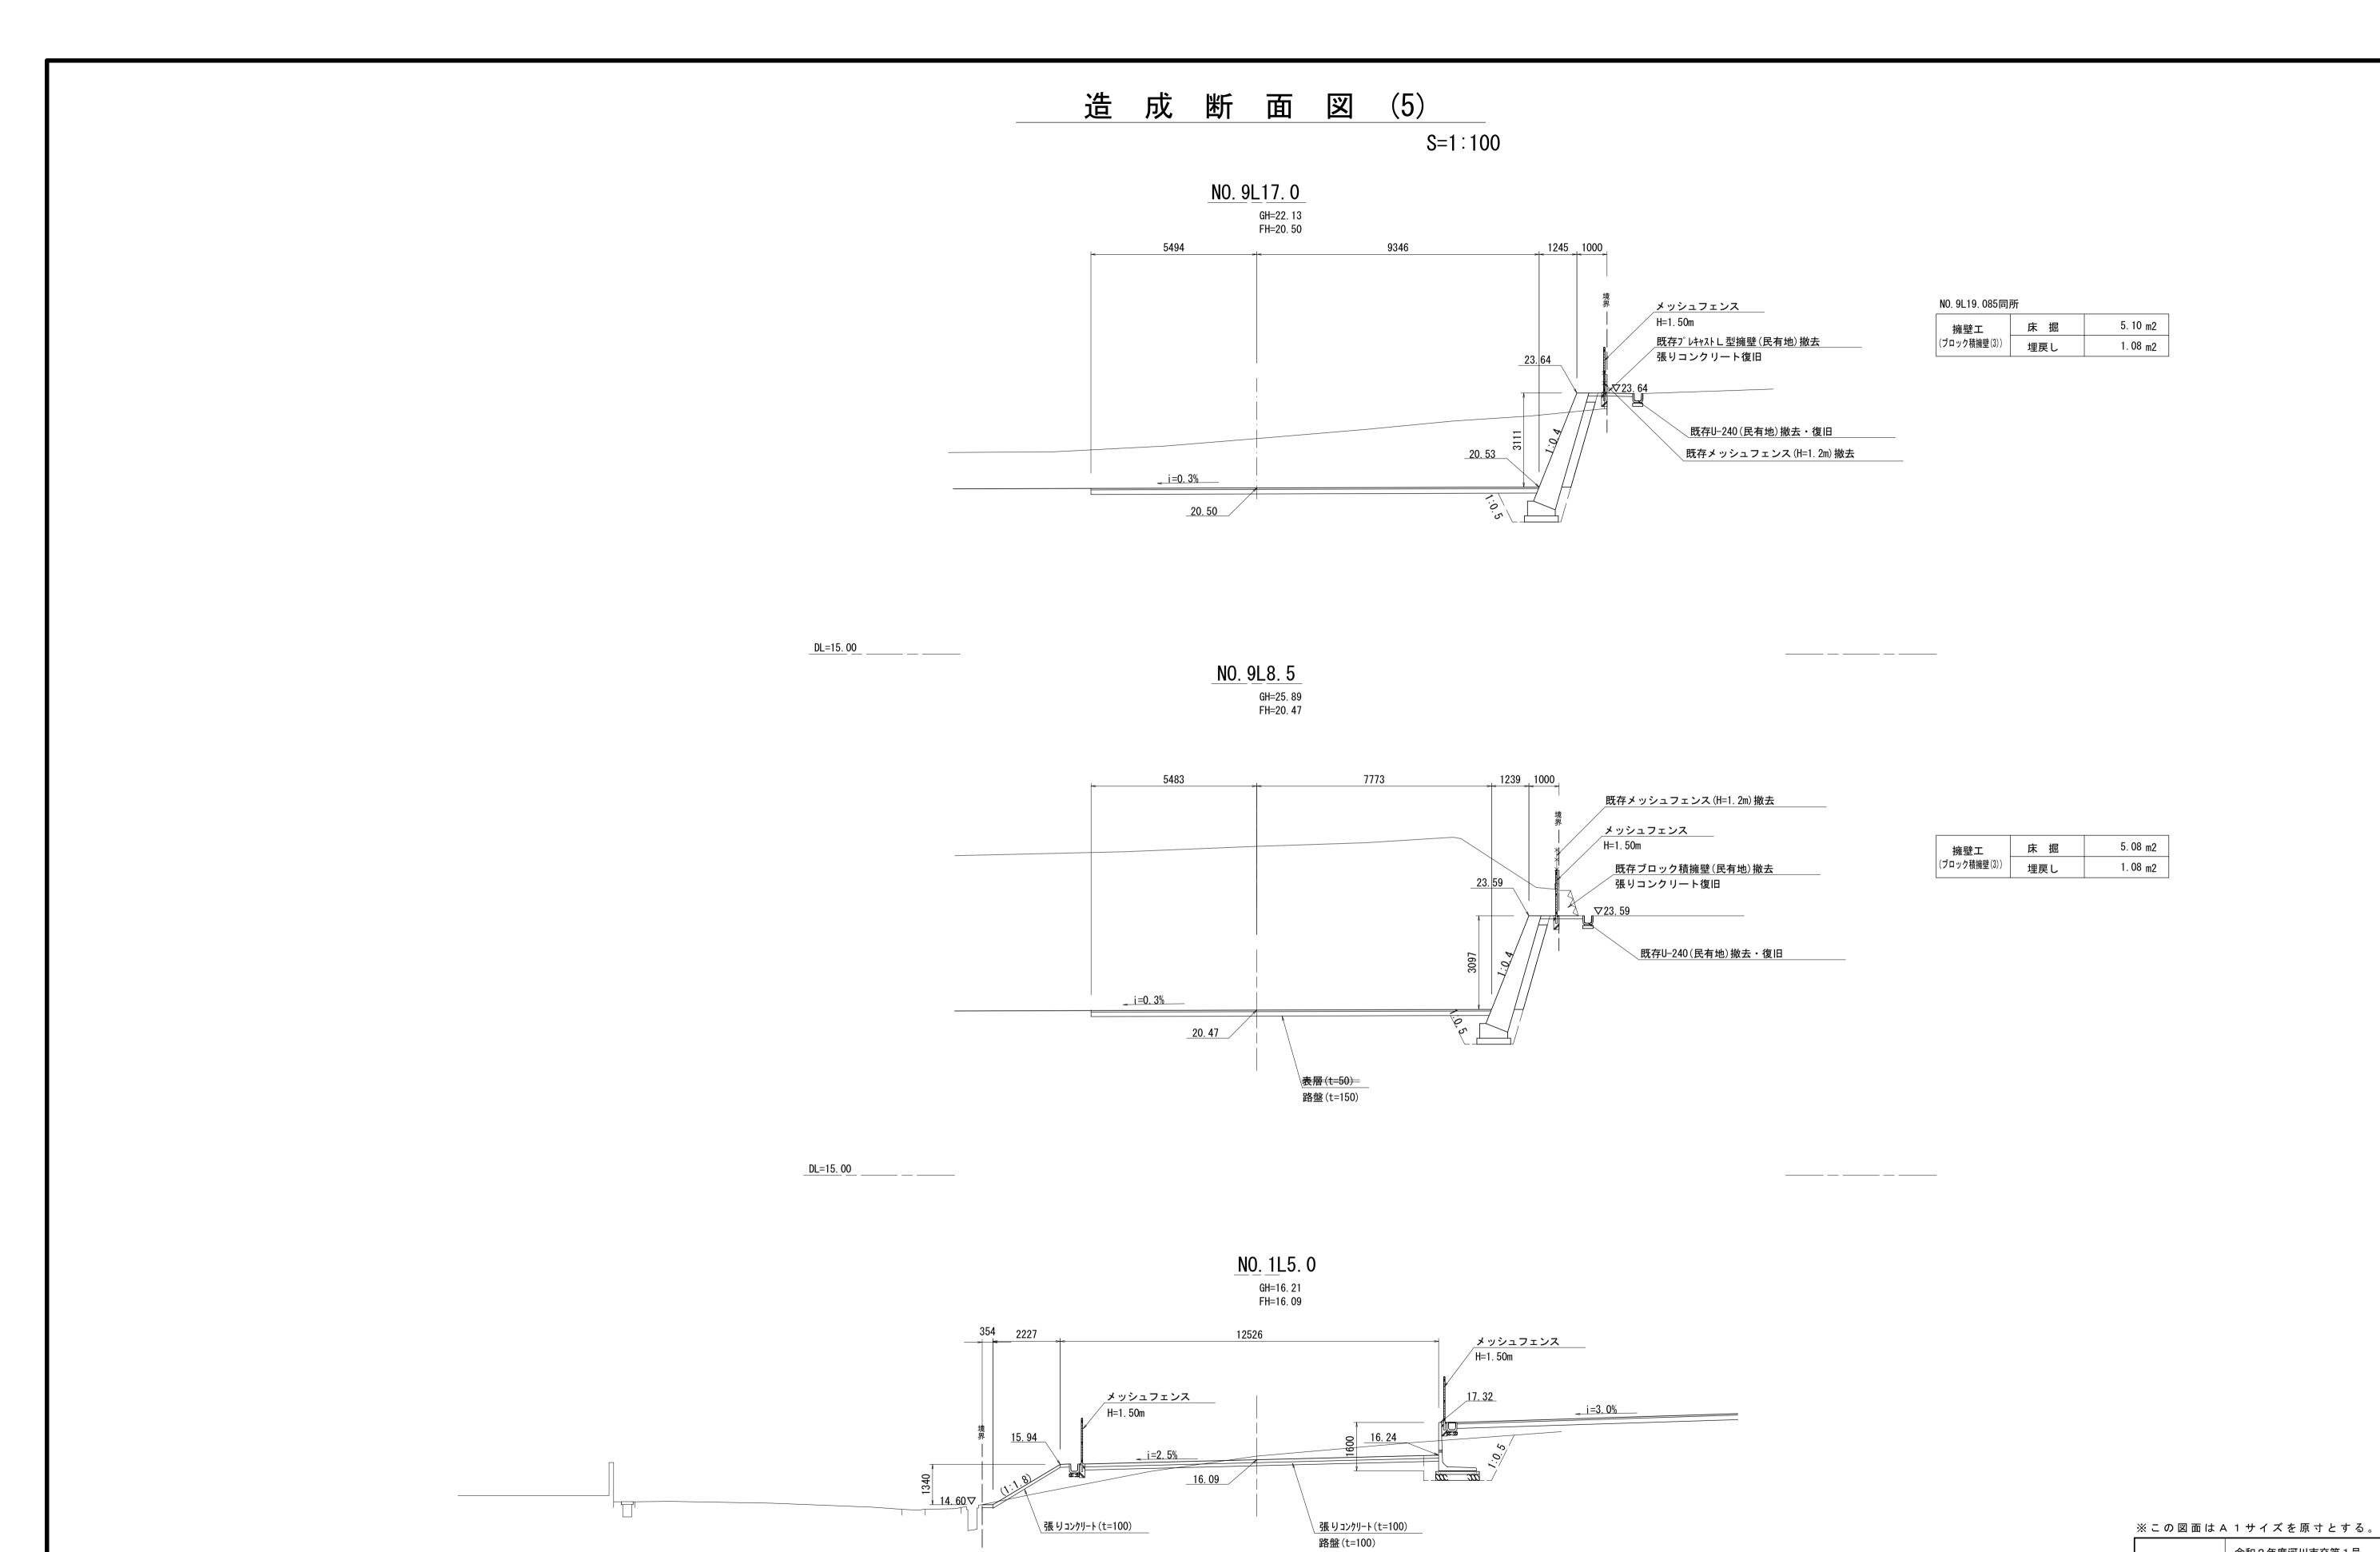

 エ 事 名
 令和2年度河川市交第1号 (仮称) 津西会館別館造成工事


 施工箇所名
 津市観音寺町地内

 図 面 名
 造成断面図(5)

 縮 尺
 1/100
 図面番号
 13 / 30


 事業所名
 津市建設部河川排水推進室

DL=10. 00 _____ __ __ __

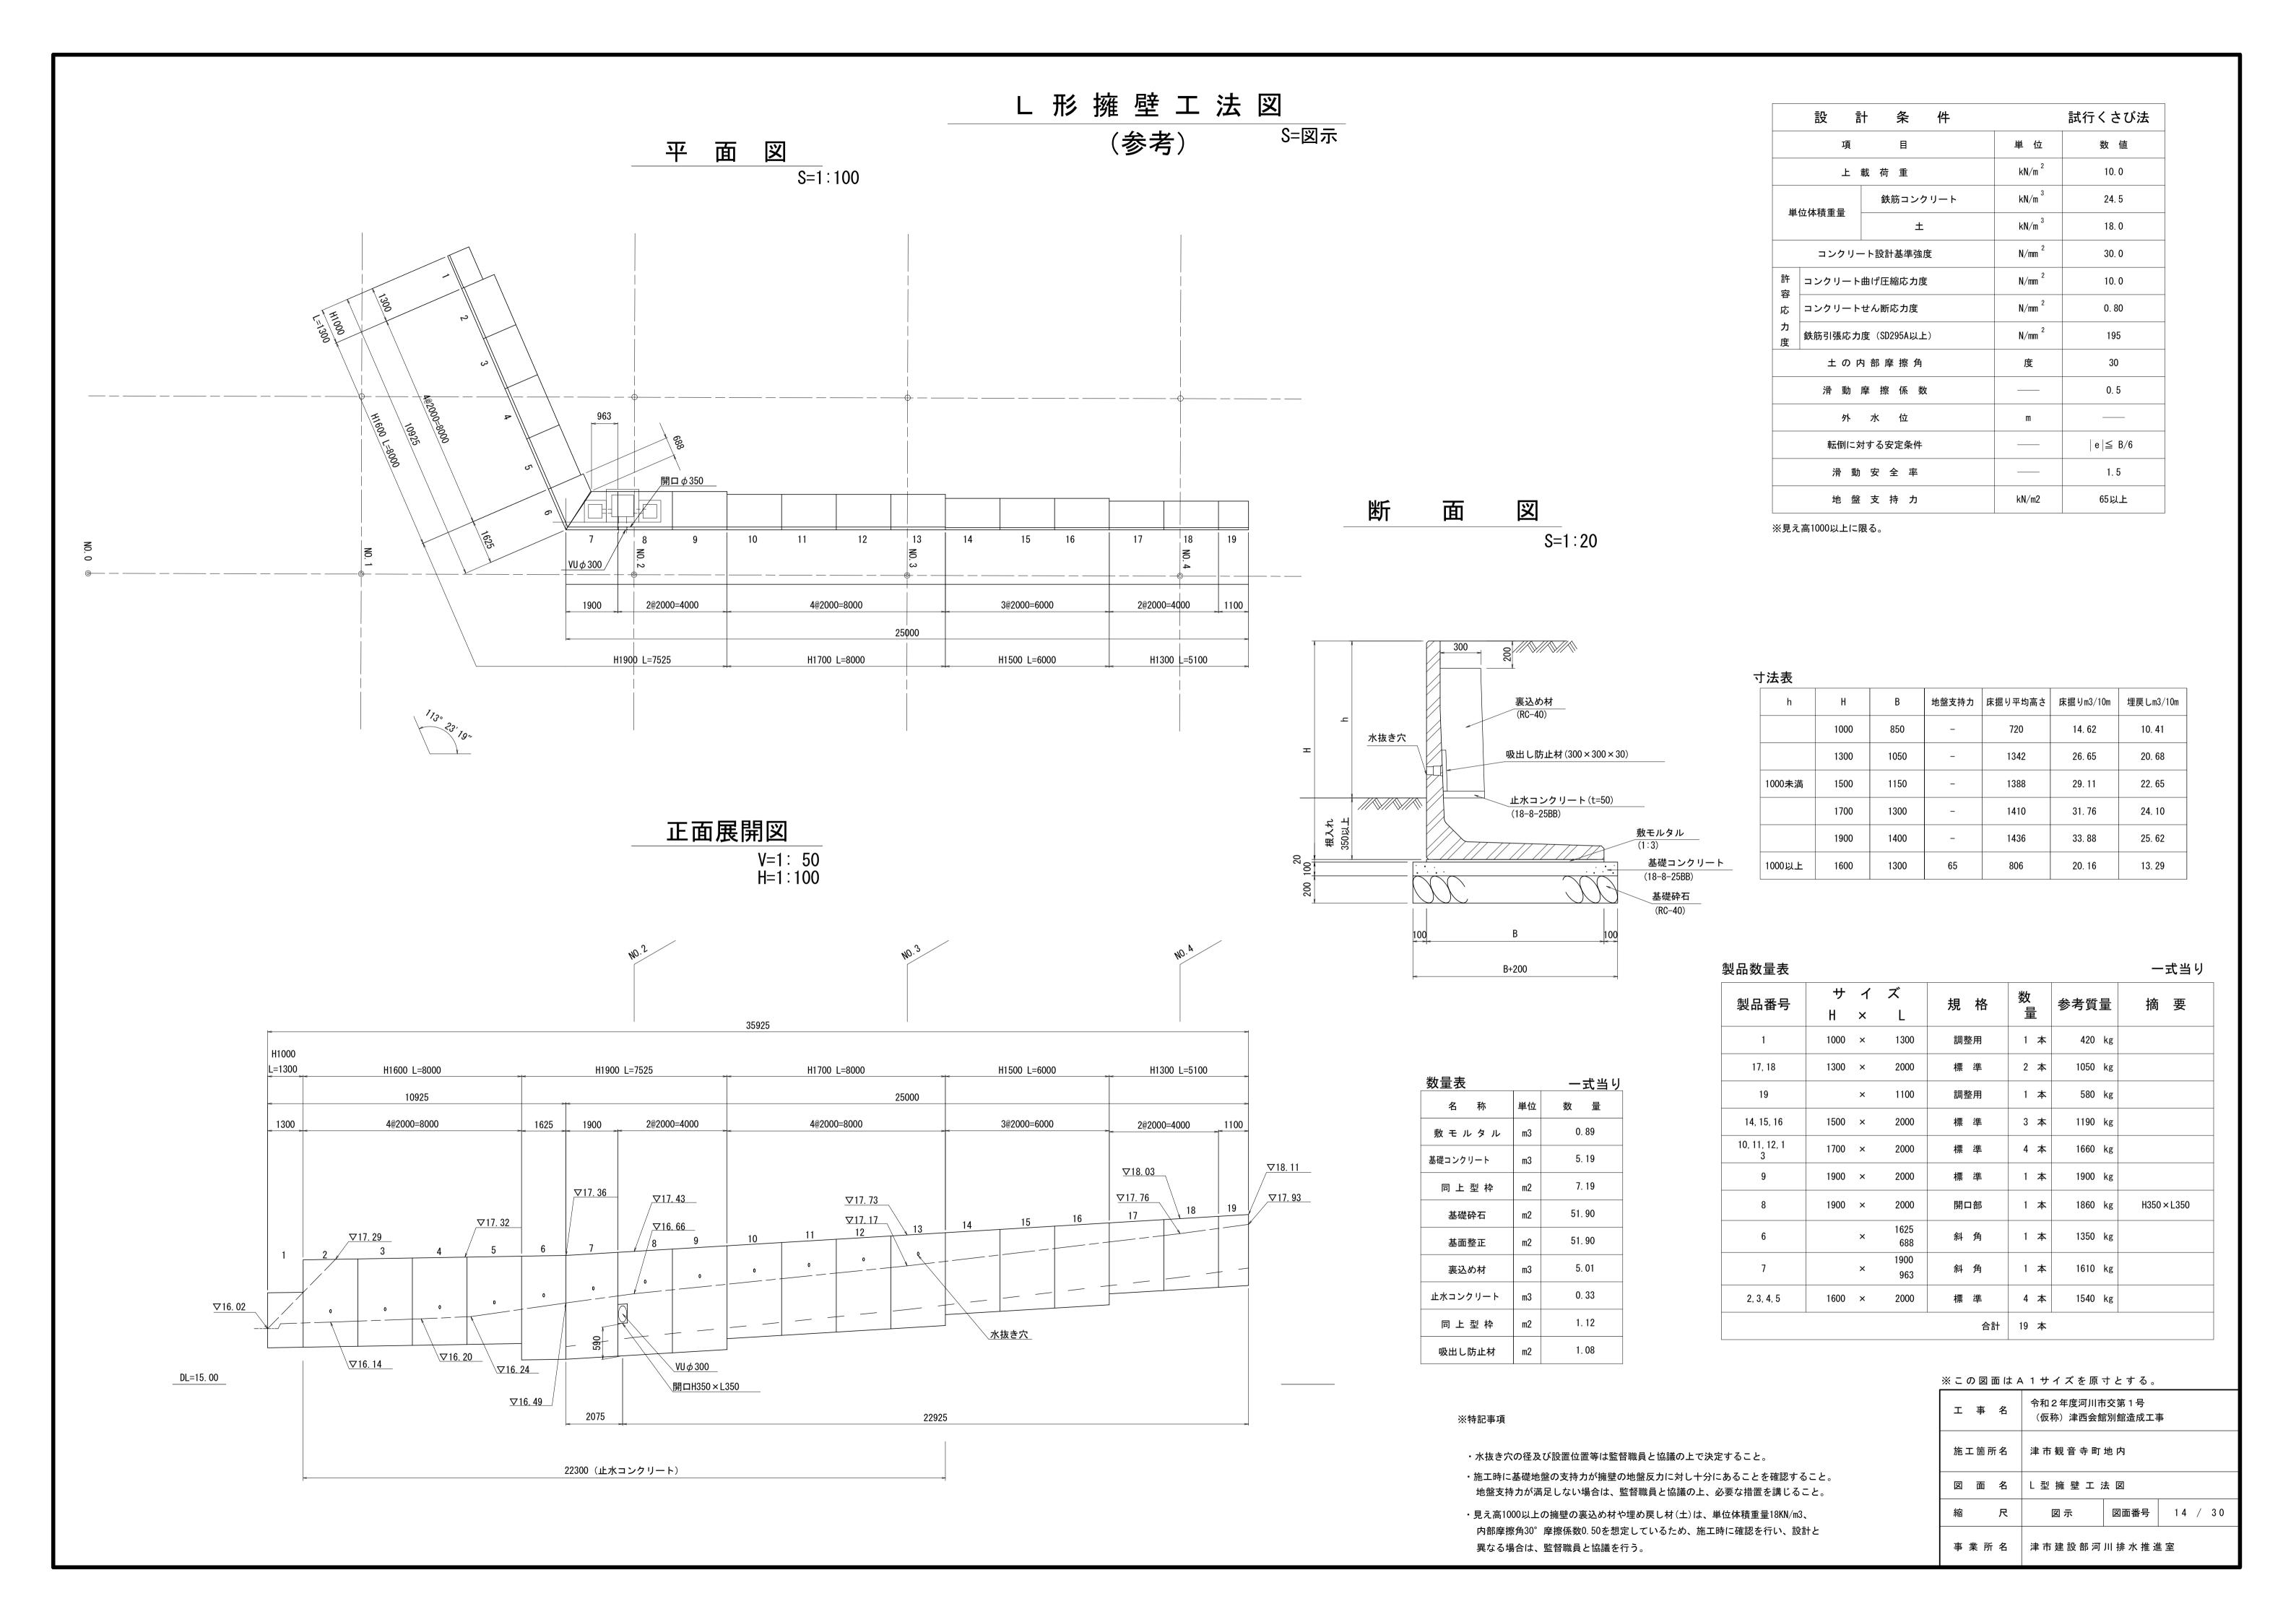

ブロック積擁壁(1) 工法図1


S=図示

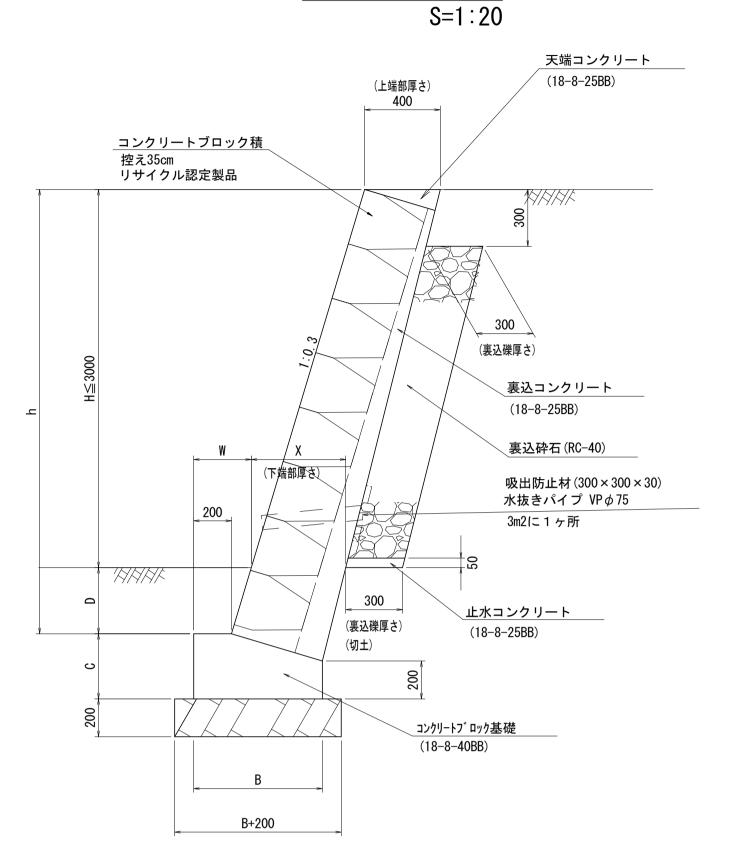

寸法	表				第 2	2種土質	質(想定
勾配	Н	全高 h	Х	W	В	С	D
	720	1200	500	344	767	370	480
	2000	2350	500	305	700	350	350
	2000	2600	500	380	700	350	600
3 分	1840	2440	500	380	700	350	600
/1	1470	2070	500	380	733	360	600
	1130	1730	500	380	733	360	600
	560	1160	500	380	800	380	600
	0	600	0	380	800	380	600

数量表				1式当り
名称	規格	単位	数量	摘要
コンクリートフ゛ロック基礎(1)	18-8-40BB	m	23. 16	
コンクリートフ゛ロック基礎(2)	18-8-40BB	m	12. 40	
コンクリートフ゛ロック基礎(3)	18-8-40BB	m	1. 70	
コンクリートフ゛ロック基礎(4)	18-8-40BB	m	20. 00	
コンクリートフ゛ロック積(1)	1:0.3,控え35cm	m2	108. 26	リサイクル認定製品
裏込コンクリート	18-8-25BB	m3	11. 86	0. 11m3/m2
裹込砕石	RC-40	m3	16. 25	
水抜きパイプ	VP φ 75	m	10. 07	
吸出防止材	300 × 300 × 30	m2	1. 71	
目地材	瀝青質板, t=10	m2	6. 52	
止水コンクリート	18-8-25BB	m3	0. 82	
型枠		m2	2. 73	
天端コンクリート(1)	18-8-25BB	m	54. 52	
コンクリート	18-8-25BB	m3	0. 59	隅角部
型枠		m2	3. 82	隅角部

- ・必要地耐力は、H≦3mの場合は75KN/m2、3<H≦4の場合は100KN/m2である。
- ・施工時に基礎地盤の支持力が、それぞれの高さに応じた必要地耐力があることを確認すること。
- 必要地耐力を満足しない場合は、監督職員と協議の上、適切な措置を講じること。
- ・水セメント比について、鉄筋コンクリートは55%以下、無筋コンクリートは60%以下とするものとする。 ・10m間隔に伸縮目地を設け、目地材(瀝青質板ト,t=10)を設置する。

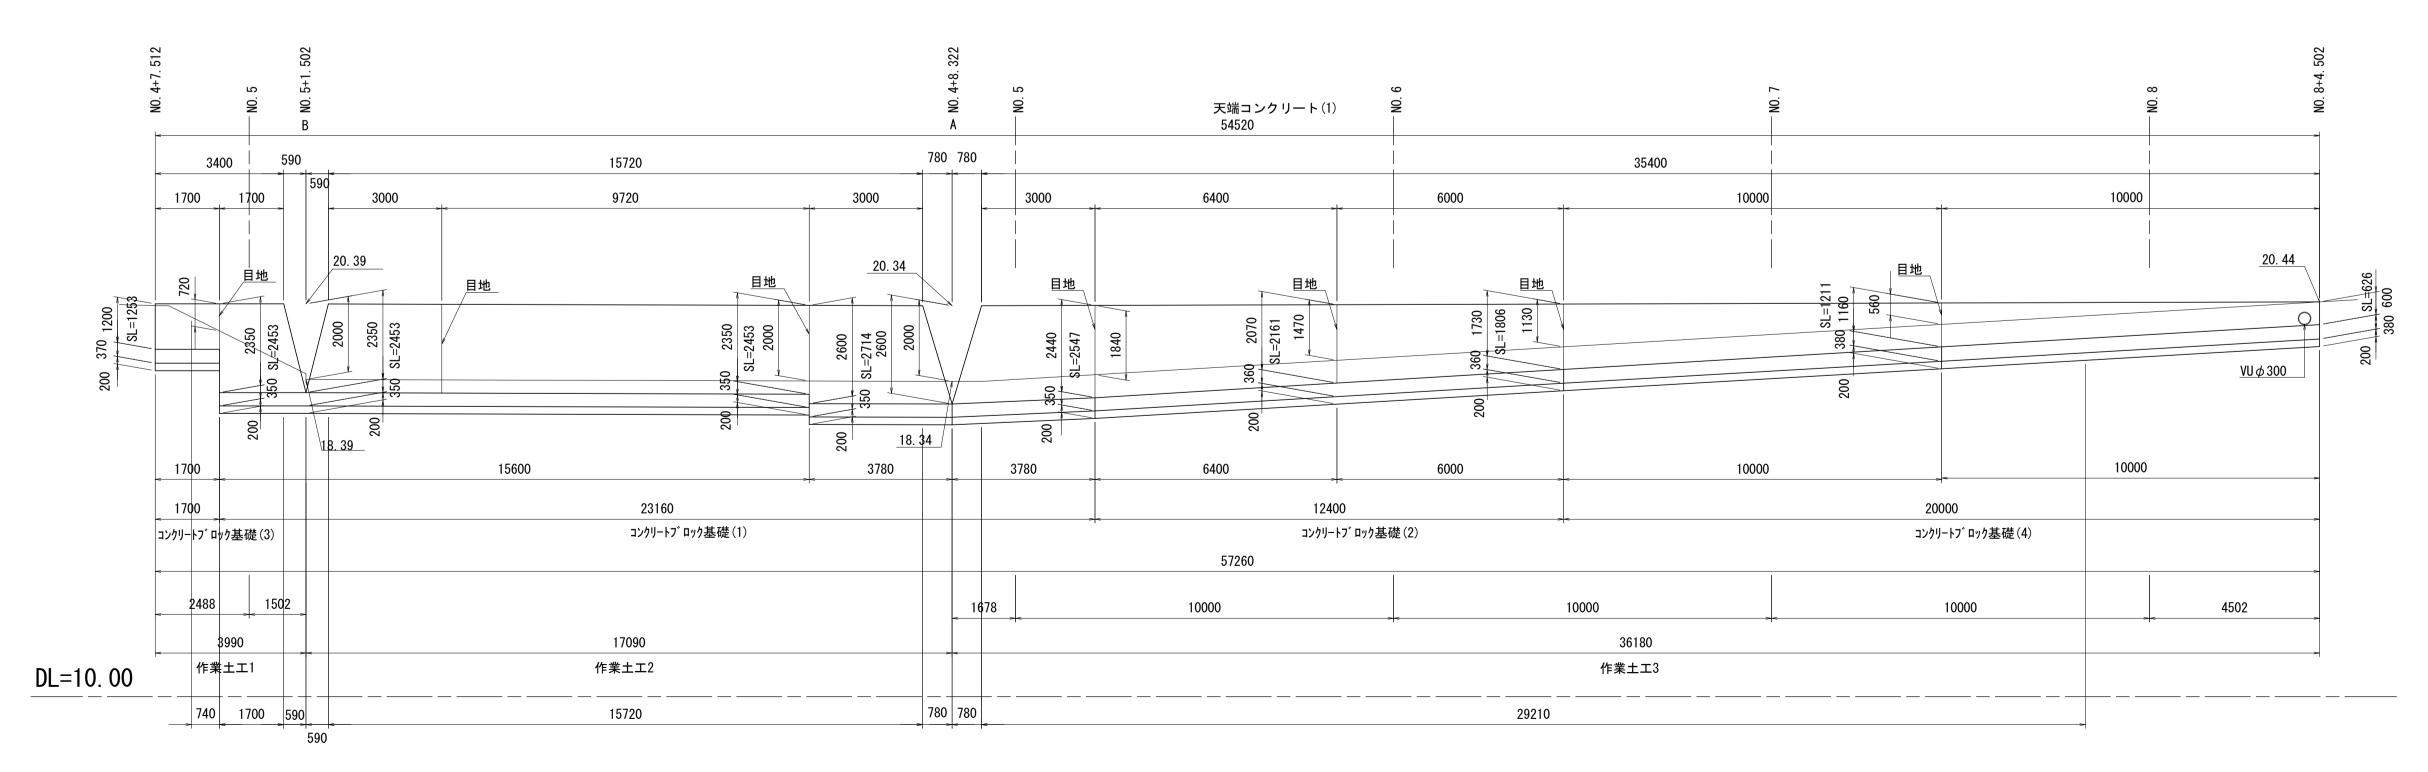

※この図面はA1サイズを原寸とす


※この図面は A	※この図面はA1サイズを原寸とする。						
工事名	工 事 名 令和 2 年度河川市交第 1 号 (仮称)津西会館別館造成工事						
施工箇所名	津市観音寺町	地 内					
図面名	ブロック積擁	壁(1)工 法	: 図 1				
縮尺	図 示	図面番号	15 / 30				
事業所名	津市建設部河	川排水推通	盖室				

ブロック積擁壁(1) 工法図2

S=図示

天端コンクリート(1)


S=1:10

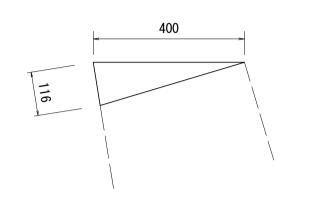

数量表				10m当り
名称	規格	単位	数量	摘要
コンクリート	18-8-25BB	m3	0. 23	
同上型枠		m2	1. 16	
目地材	瀝青質板, t=10	m2	0. 02	

コンクリートフ゛ロック基礎(1)


S=1:20

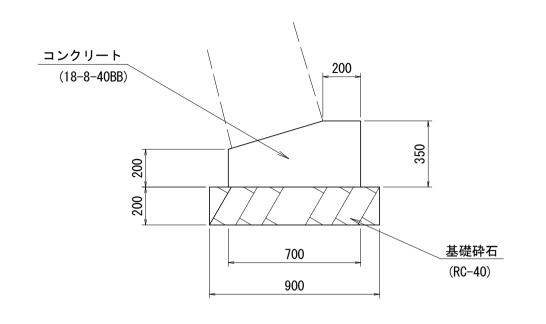

数量表				10m当り
名称	規格	単位	数量	摘要
コンクリート	18-8-40BB	m3	2. 08	
同上型枠		m2	5. 50	
目地材	瀝青質板, t=10	m2	0. 21	
基礎砕石	RC-40, t=200	m2	9. 00	
基面整正		m2	9. 00	

コンクリートフ゛ロック基礎(2)


S=1:20

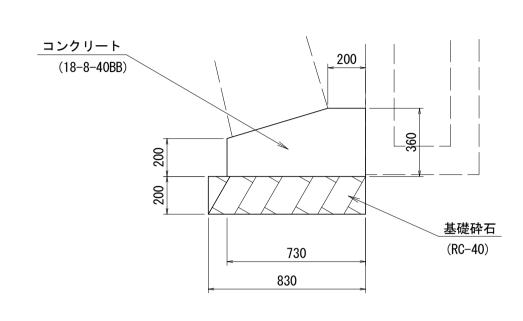

数量表				10m当 り
名称	規格	単位	数量	摘要
コンクリート	18-8-40BB	m3	2. 20	
同上型枠		m2	5. 60	
目地材	瀝青質板, t=10	m2	0. 22	
基礎砕石	RC-40, t=200	m2	8. 30	
基面整正		m2	8. 30	

コンクリートフ゛ロック基礎(3)


S=1:20

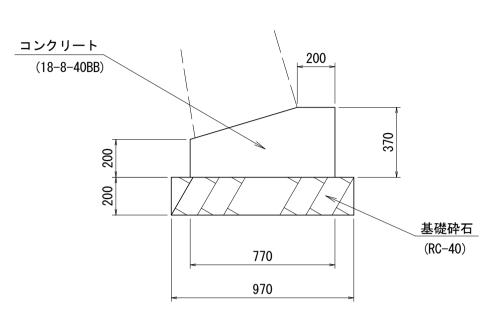

 数量表				10m当り
名称	規格	単位	数量	摘要
コンクリート	18-8-40BB	m3	2. 36	
同上型枠		m2	5. 70	
目地材	瀝青質板, t=10	m2	0. 24	
基礎砕石	RC-40, t=200	m2	9. 70	
基面整正		m2	9. 70	

コンクリートフ゛ロック基礎(4)


S=1:20

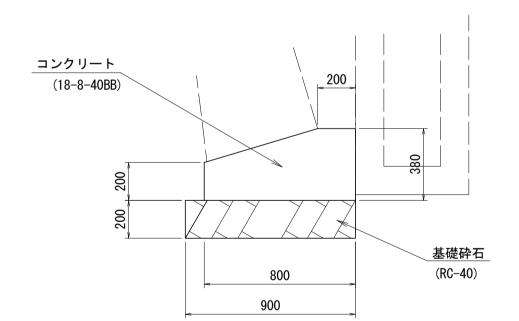


数量表				10m当り
名称	規格	単位	数量	摘要
コンクリート	18-8-40BB	m3	2. 50	
同上型枠		m2	5. 80	
目地材	瀝青質板, t=10	m2	0. 25	
基礎砕石	RC-40, t=200	m2	9. 00	
基面整正		m2	9. 00	

隅 角 部 平 面 図

S=1: 50

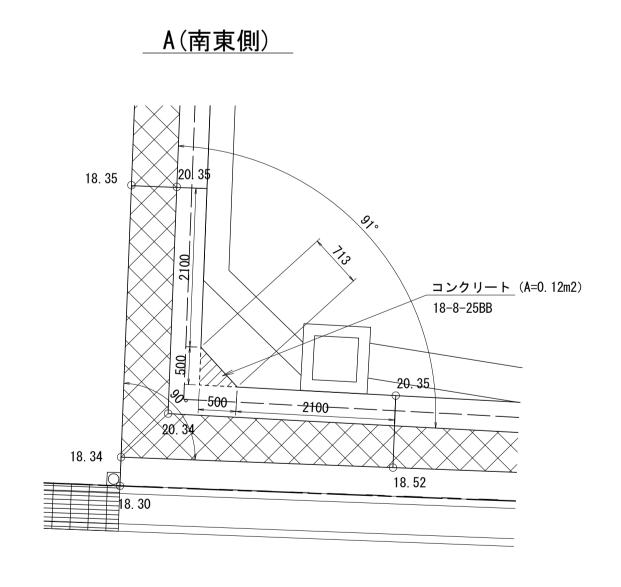

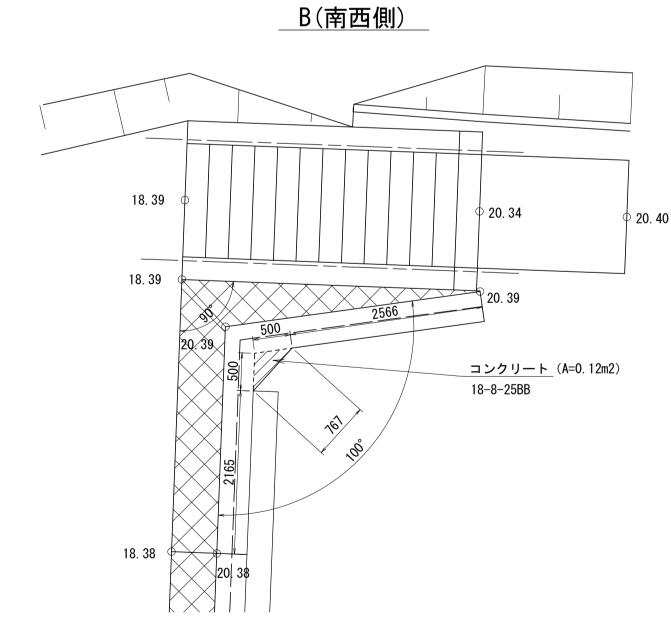


※この図面はA1サイズを原寸とする。

工事名	令和 2 年度河川市交第 1 号 (仮称)津西会館別館造成工事
施工箇所名	津 市 観 音 寺 町 地 内
図 面 名	ブロック 積 擁 壁 (1) エ 法 図 2
縮尺	図 示 図面番号 16 / 30
事業所名	津市建設部河川排水推進室

ブロック積擁壁(1) 工法図3

S=1:20


断面寸法図

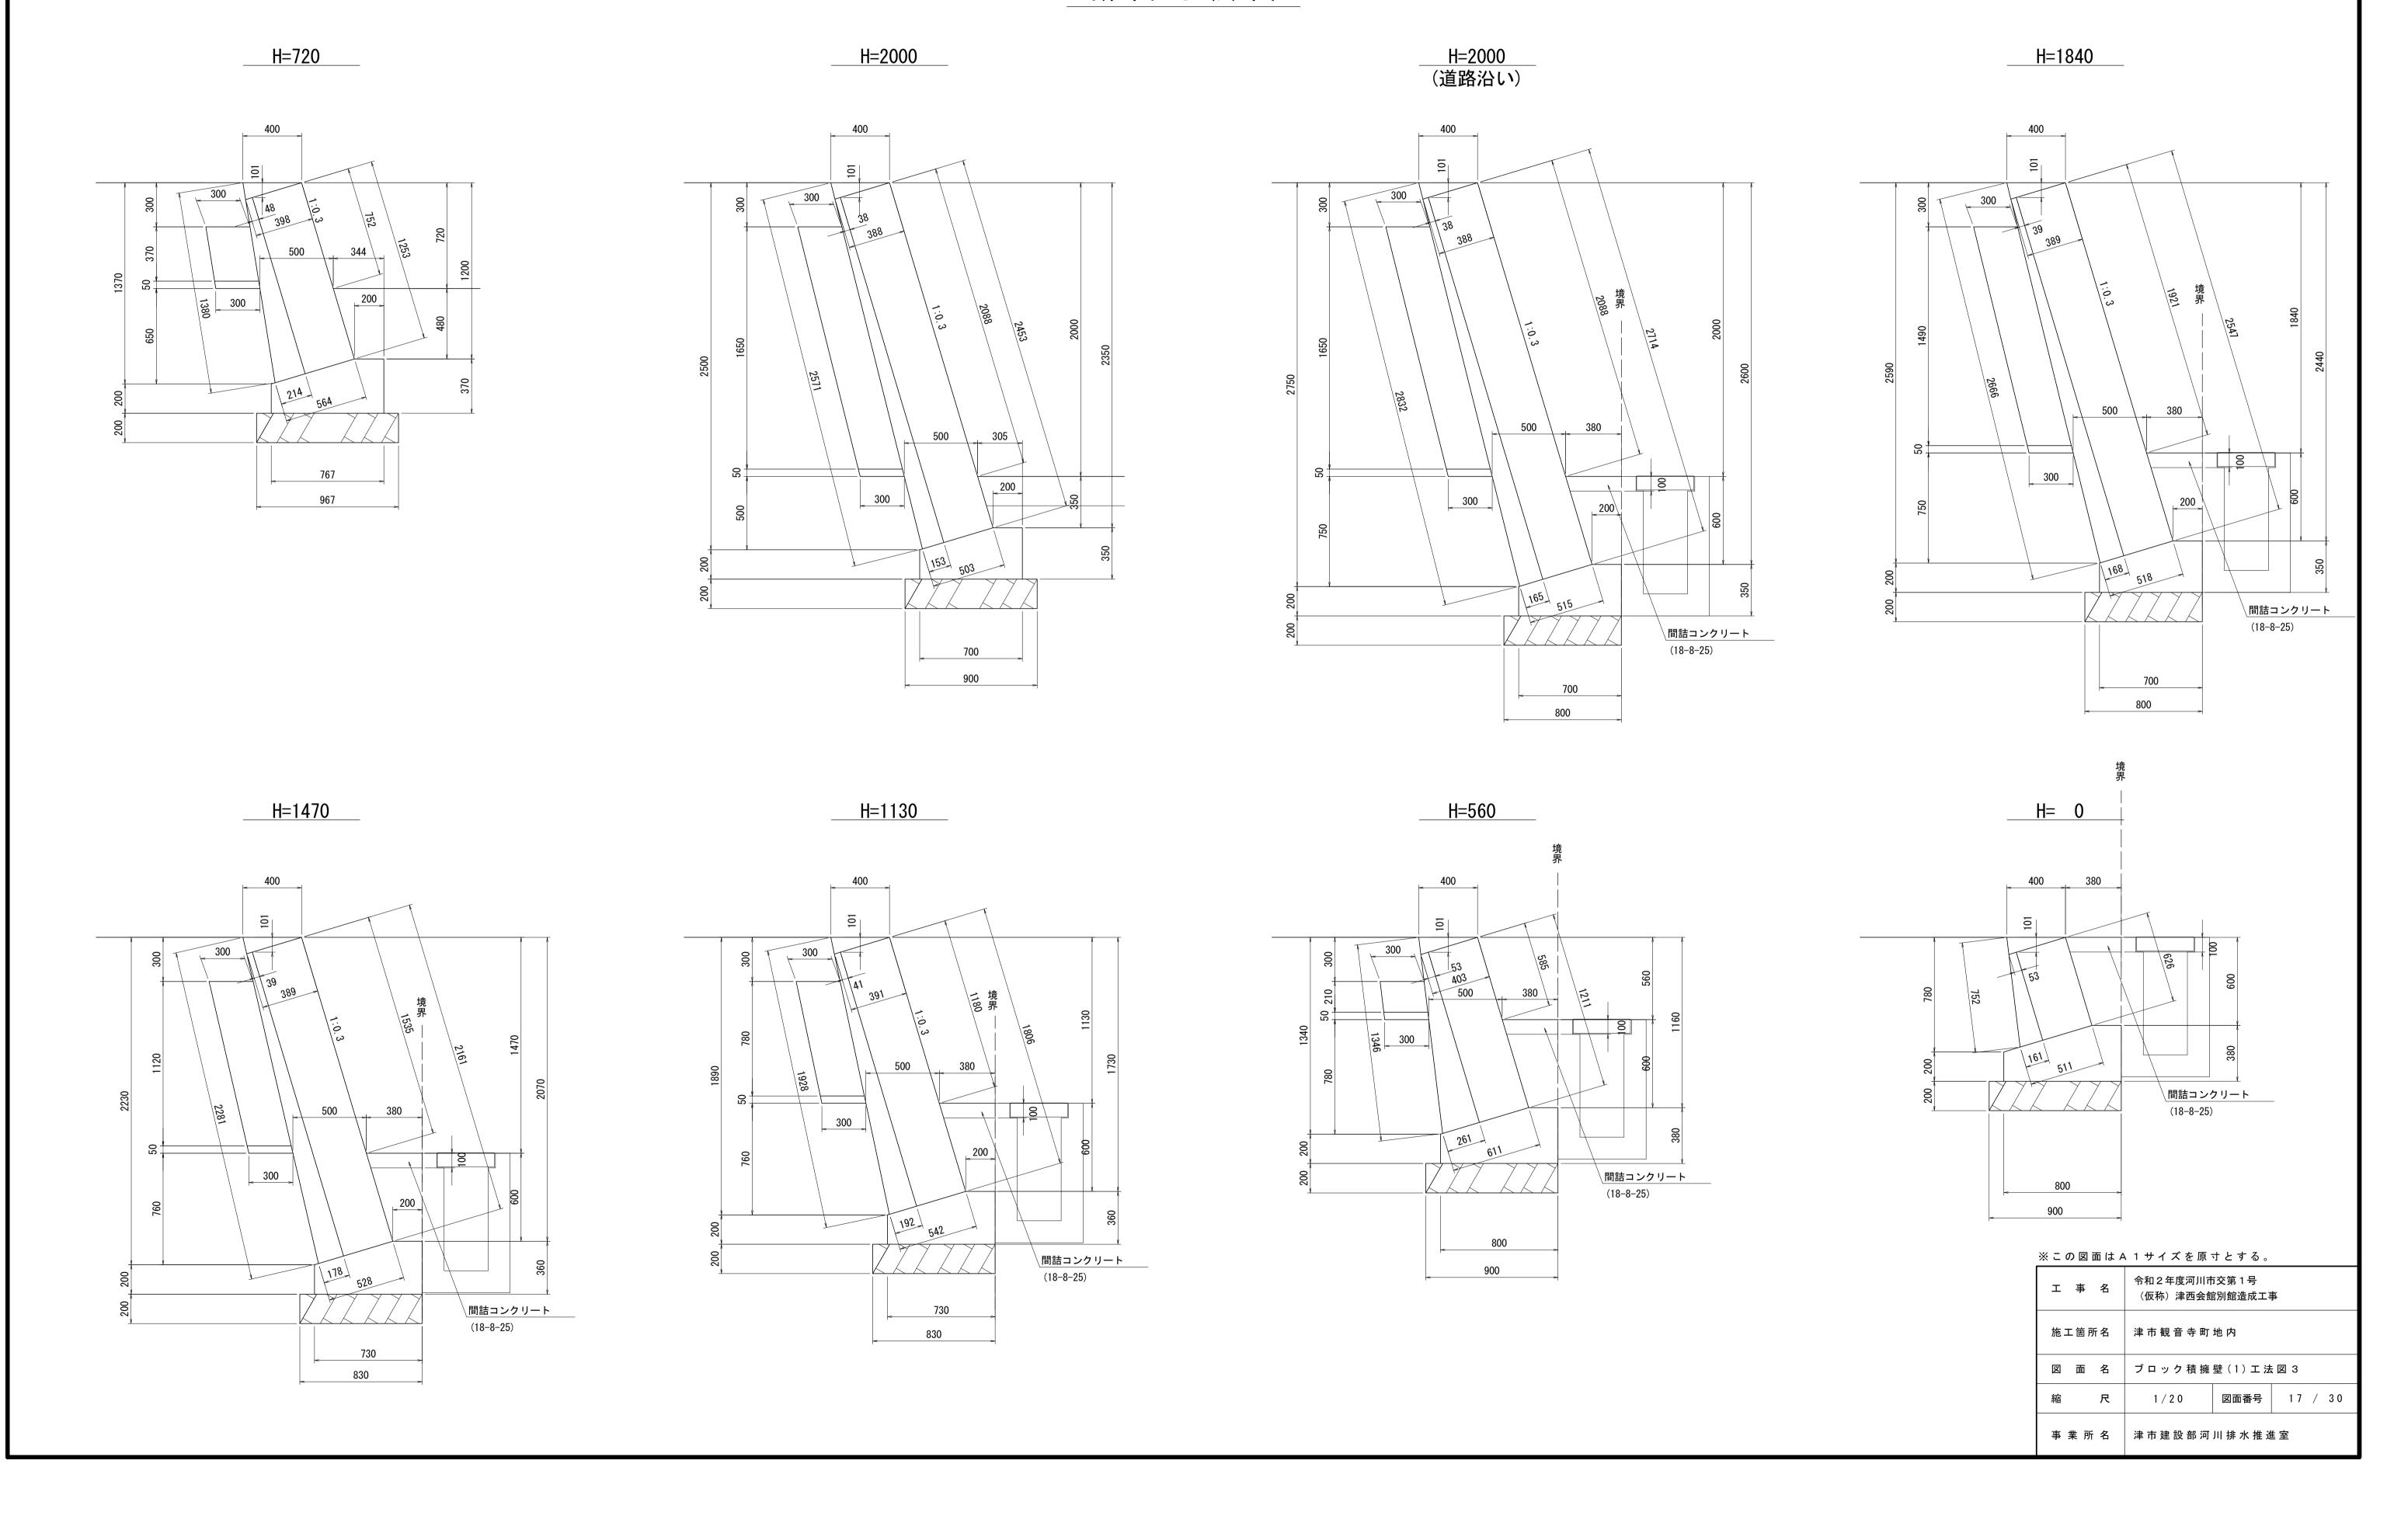

ブロック積擁壁(2) 工法図

S=図示



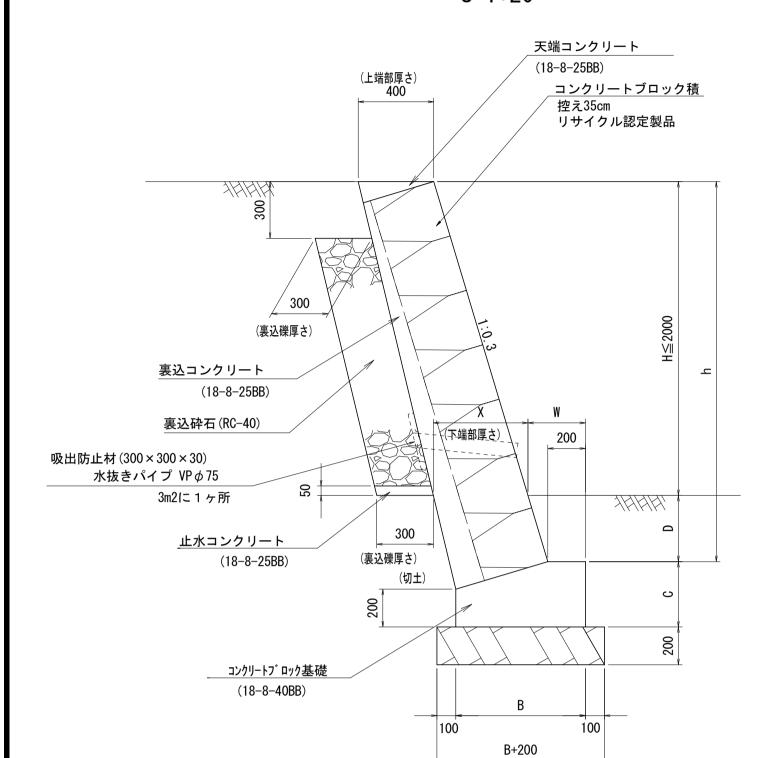


寸	十法表 第2種土質(想定)									
勾配	н	全高 h	Х	W	В	С	D			
3	1660	2010	500	305	701	350	350			
3 分	1090	60 2010 500	305	701	350	350				
	0	350	0	305	701	350	350			

数量表				1式当り
名称	規格	単位	数量	摘要
コンクリートフ゛ロック基礎(1)	18-8-40BB	m	15. 35	
コンクリートフ゛ロック積(2)	1:0.3,控え35cm	m2	20. 58	リサイクル認定製品
裏込コンクリート	18-8-25BB	m3	1. 96	0. 10m3/m2
裹込砕石	RC-40	m3	2. 74	
水抜きパイプ	VP φ 75	m	2. 12	
吸出防止材	300 × 300 × 30	m2	0. 36	
目地材	瀝青質板, t=10	m2	0. 69	
止水コンクリート	18-8-25BB	m3	0. 24	
型枠		m2	0. 81	
天端コンクリート(2)	18-8-25BB	m	16. 10	

天端コンクリート(2)


S=1:10

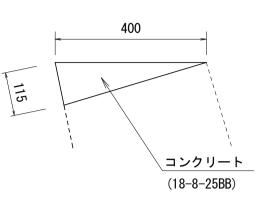

数量表				10m当り
名称	規格	単位	数量	摘要
コンクリート	18-8-25BB	m3	0. 23	
同上型枠		m2	1. 15	
目地材	瀝青質板, t=10	m2	0. 02	

コンクリートフ゛ロック基礎(1)


S=1:20

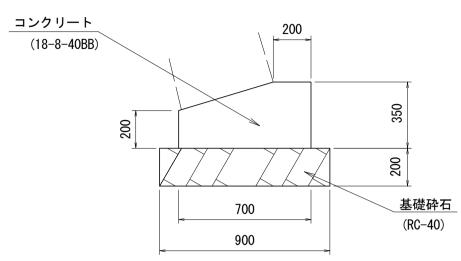

数量表				10m当 り
名称	規格	単位	数量	摘要
コンクリート	18-8-40BB	m3	2. 08	
同上型枠		m2	5. 50	
目地材	瀝青質板, t=10	m2	0. 21	
基礎砕石	RC-40, t=200	m2	9. 00	
基面整正		m2	9. 00	

事 業 所 名 津市建設部河川排水推進室


断面寸法図

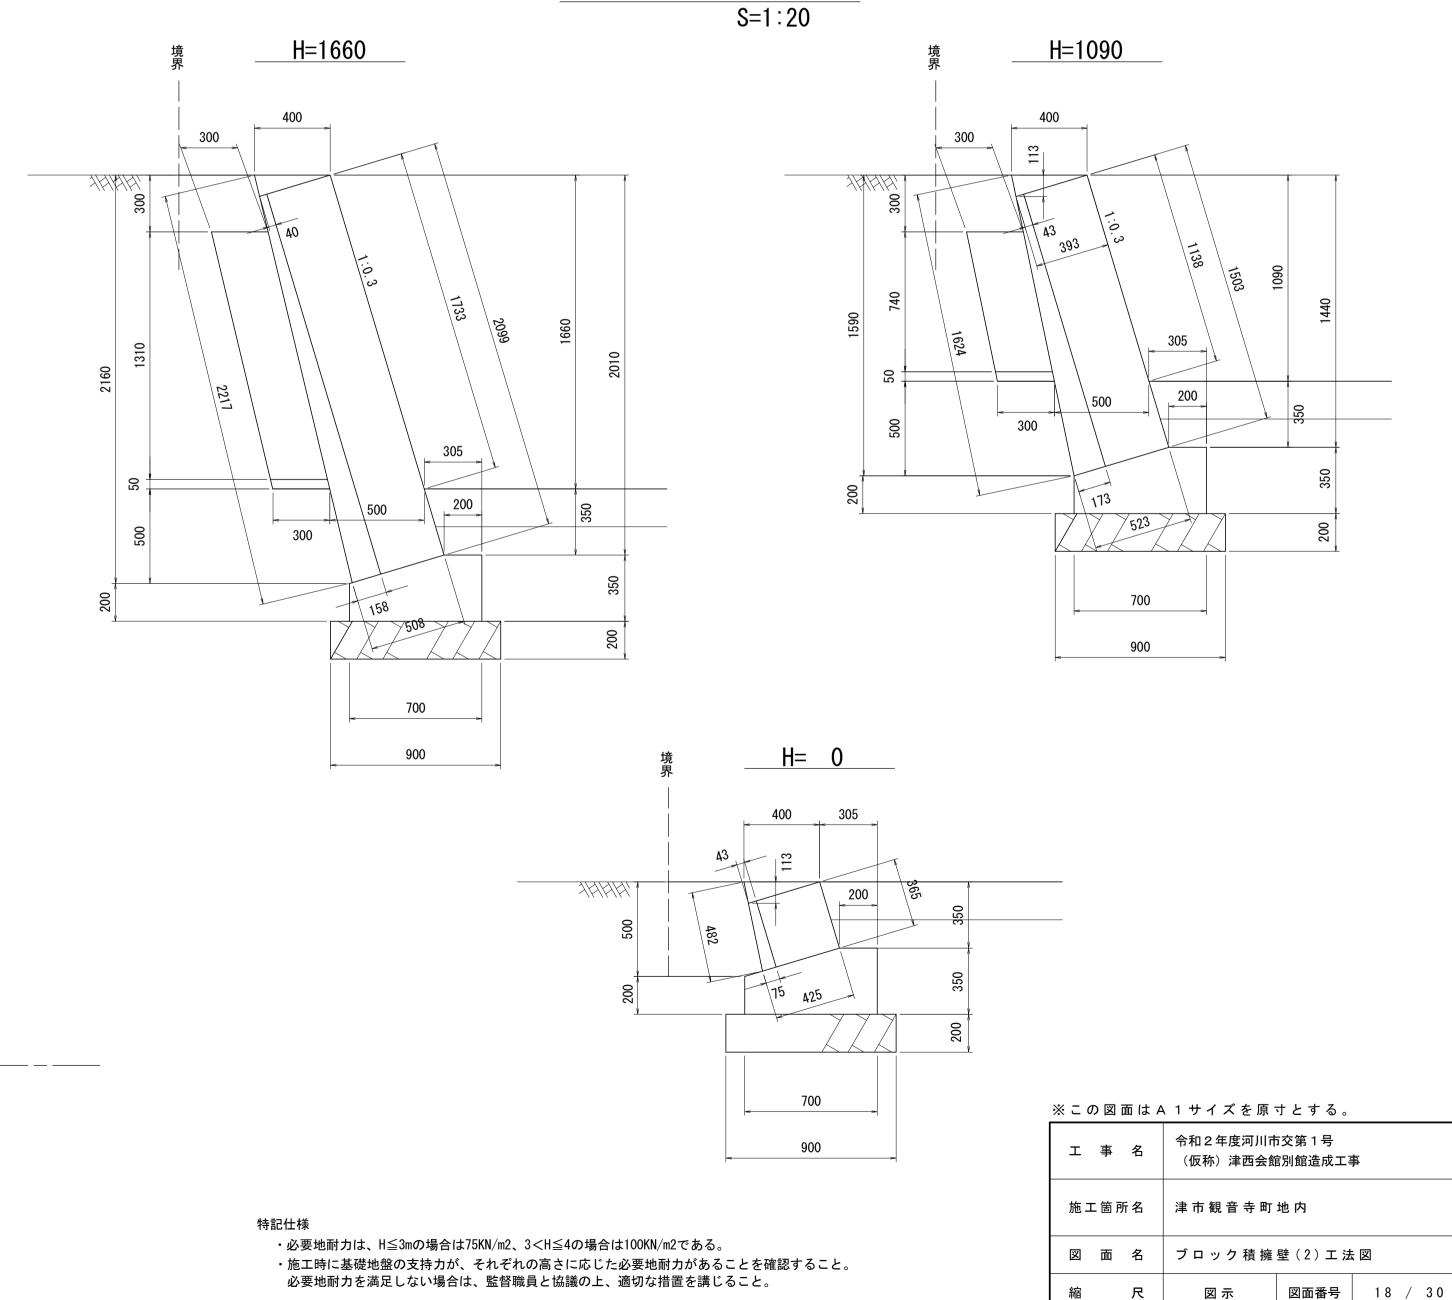


・水セメント比について、鉄筋コンクリートは55%以下、無筋コンクリートは60%以下とするものとする。

・10m間隔に伸縮目地を設け、目地材(瀝青質板, t=10)を設置する。

S=1: 50

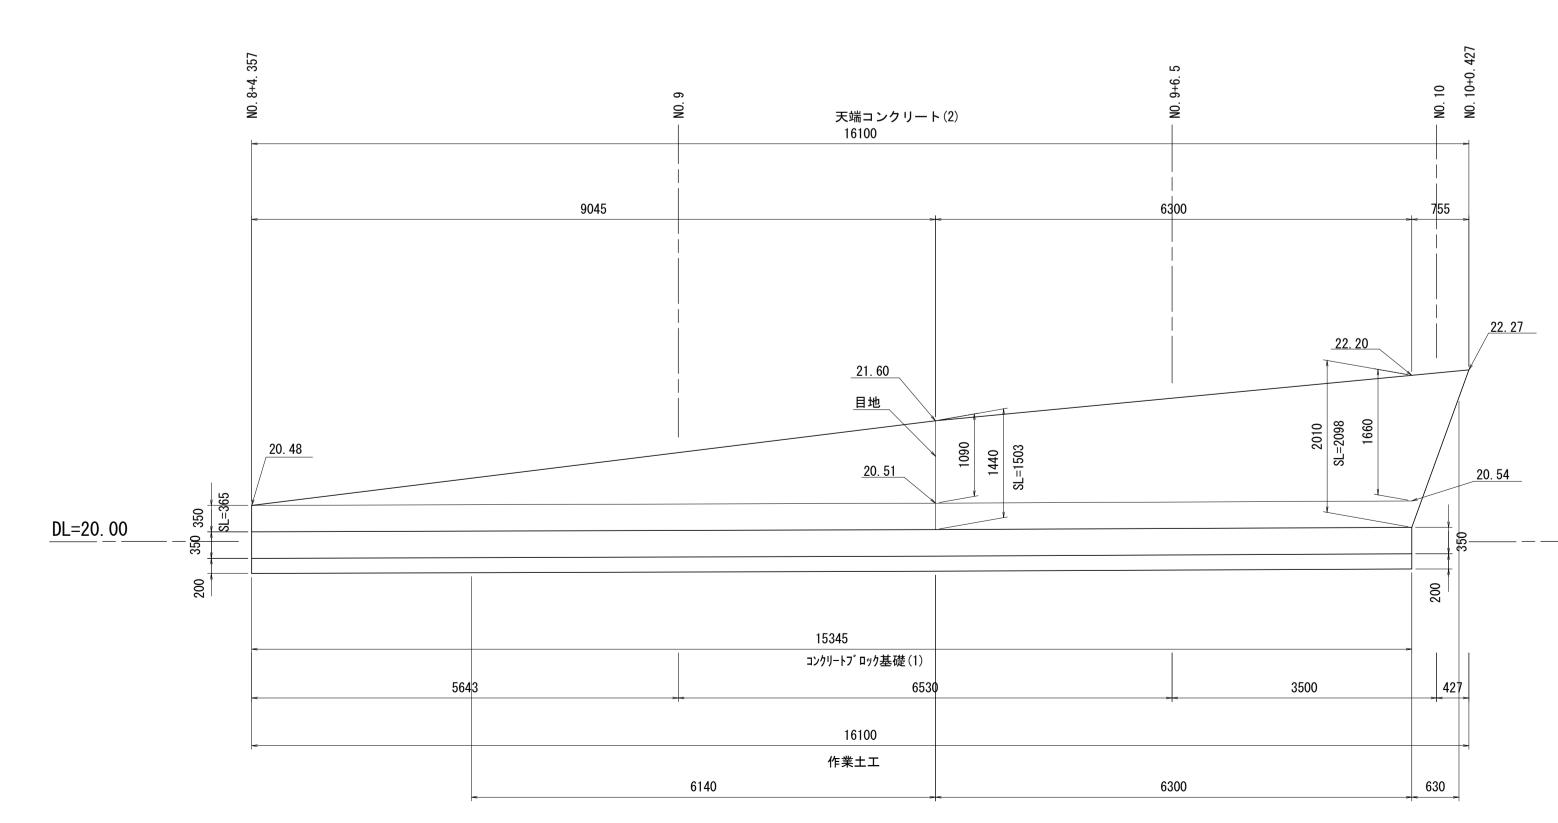

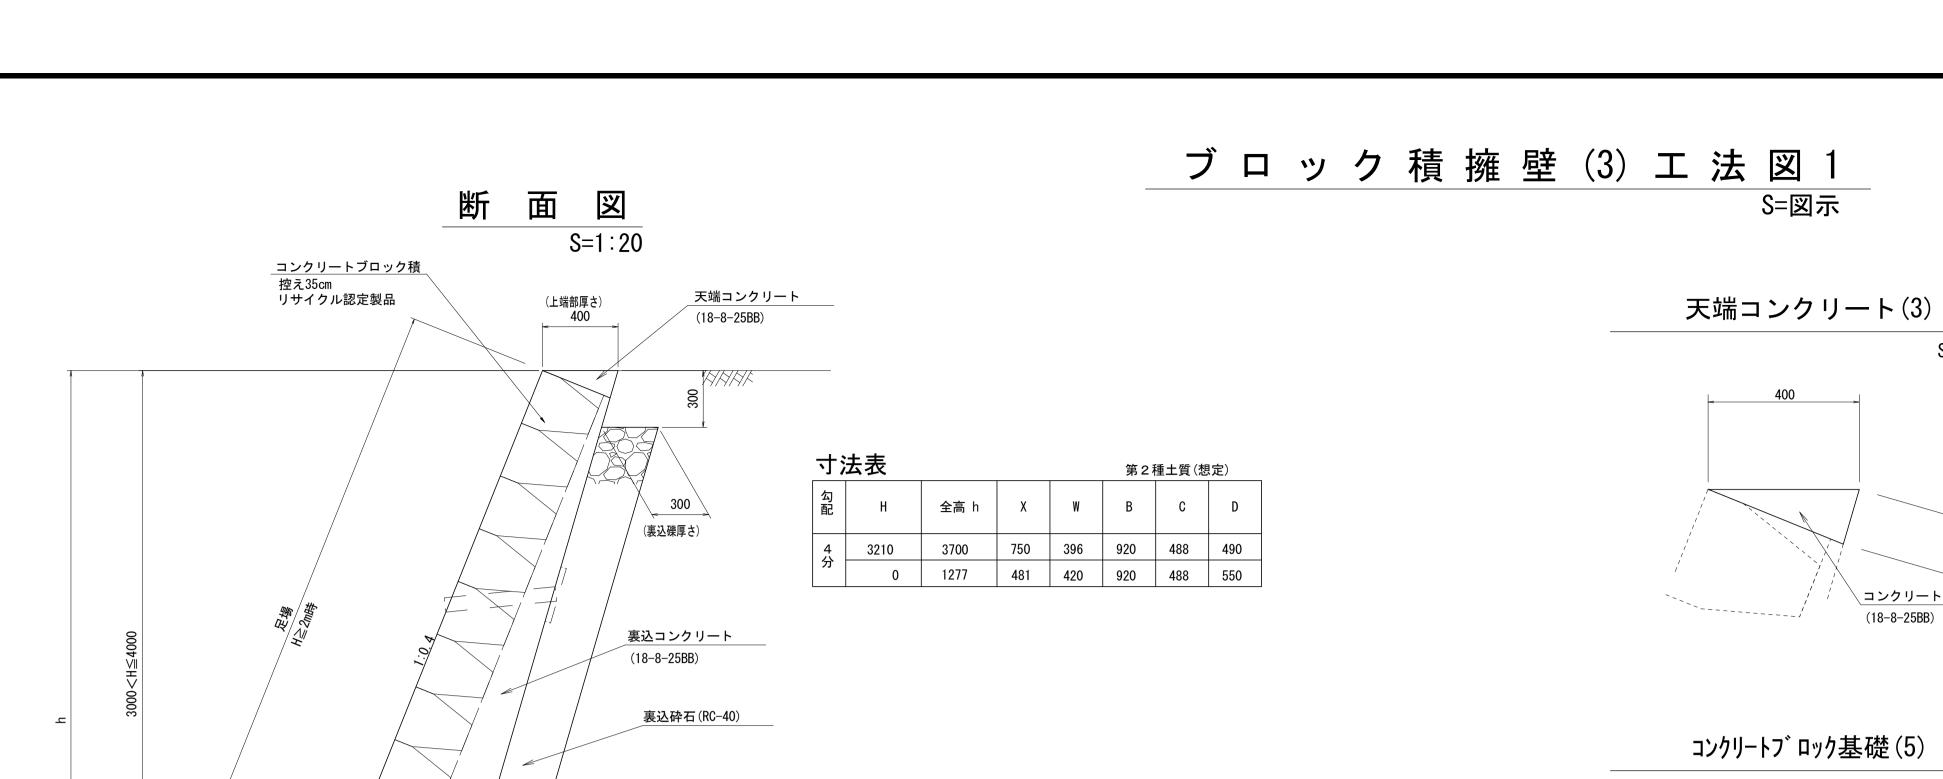

吸出防止材(300×300×30) 水抜きパイプ VPφ75

<u>止水コンクリート</u>

(18-8-25BB)

コンクリートフ゛ロック基礎 (18-8-40BB)

(下端部厚さ)


300

(裏込礫厚さ)

(切土)


500 620

S=1:10

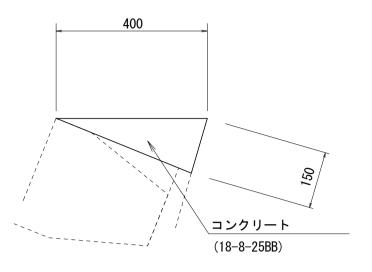

数量表				<u>10m当り</u>
名称	規格	単位	数量	摘要
コンクリート	18-8-25BB	m3	0. 30	
同上型枠		m2	1. 50	
目地材	瀝青質板, t=10	m2	0. 03	

S=1:20

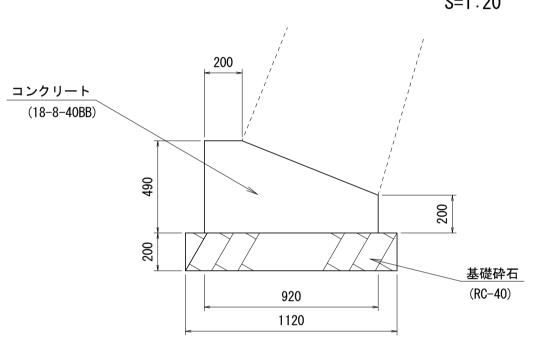

590

2820

数量表				10m当り
名称	規格	単位	数量	摘要
コンクリート	18-8-40BB	m3	3. 46	
同上型枠		m2	6. 90	
目地材	瀝青質板, t=10	m2	0. 35	
基礎砕石	RC-40, t=200	m2	11. 20	
基面整正		m2	11. 20	

B+200 S=1: 50 天端コンクリート(3) ₋小口止コンクリート 13950 3800 23. 75 23. 65 目地 21. 20 20. 54 20. 49 AAAA DL=20.00 17750 コンクリートフ゛ロック基礎(5) 8650 7015 17750

作業土工

12830

特記仕様


- ・必要地耐力は、H≦3mの場合は75KN/m2、3<H≦4の場合は100KN/m2である。
- ・施工時に基礎地盤の支持力が、それぞれの高さに応じた必要地耐力があることを確認すること。 必要地耐力を満足しない場合は、監督職員と協議の上、適切な措置を講じること。
- ・水セメント比について、鉄筋コンクリートは55%以下、無筋コンクリートは60%以下とするものとする。
- ・10m間隔に伸縮目地を設け、目地材(瀝青質板,t=10)を設置する。


数量表				1式当り
名称	規格	単位	数量	摘要
コンクリートフ゛ロック基礎(5)	18-8-40BB	m	17. 75	
コンクリートフ゛ロック積(3)	1:0.4,控え35cm	m2	65. 77	リサイクル認定製品
裏込コンクリート	18-8-25BB	m3	14. 52	0. 22m3/m2
裹込砕石	RC-40	m3	13. 17	
水抜きパイプ	VP φ 75	m	7. 95	
吸出防止材	300 × 300 × 30	m2	1. 35	
目地材	瀝青質板, t=10	m2	4. 63	
止水コンクリート	18-8-25BB	m3	0. 27	
同上型枠		m2	0.89	
天端コンクリート(3)	18-8-25BB	m	17. 75	
足場(1)		掛m2	(52. 73)	


※この図面は A 1 サイズを原寸とする	3
----------------------	---

<u> </u>	この図	面は A	、1 サイズを原っ	寸とする。					
	エ 事	名	令和 2 年度河川市交第 1 号 (仮称)津西会館別館造成工事						
	施工箇所	i名	津市観音寺町地内						
	図面	名	ブロック 積 擁 壁 (3) エ 法 図 1						
	縮	尺	図 示	図面番号	19 / 30				
	事 業 所	名	津市建設部河	川排水推通	生室				

ブロック積雑壁(3) 工法図2 S=図示

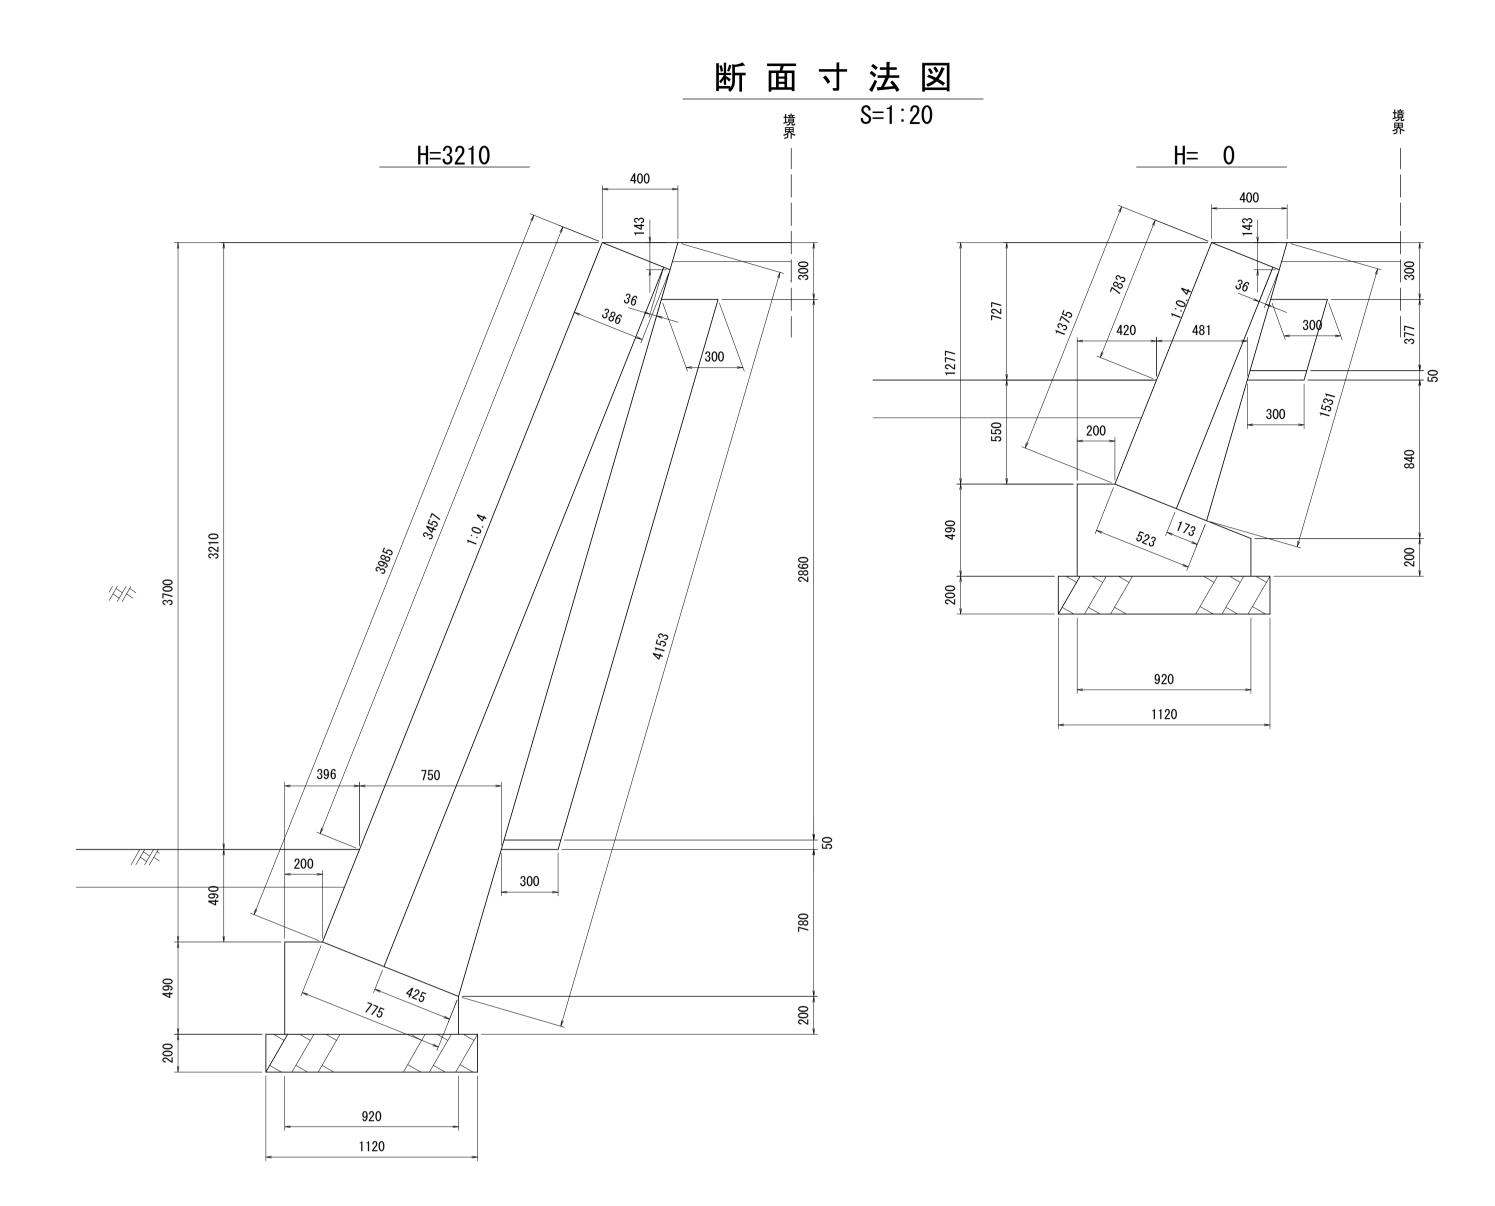

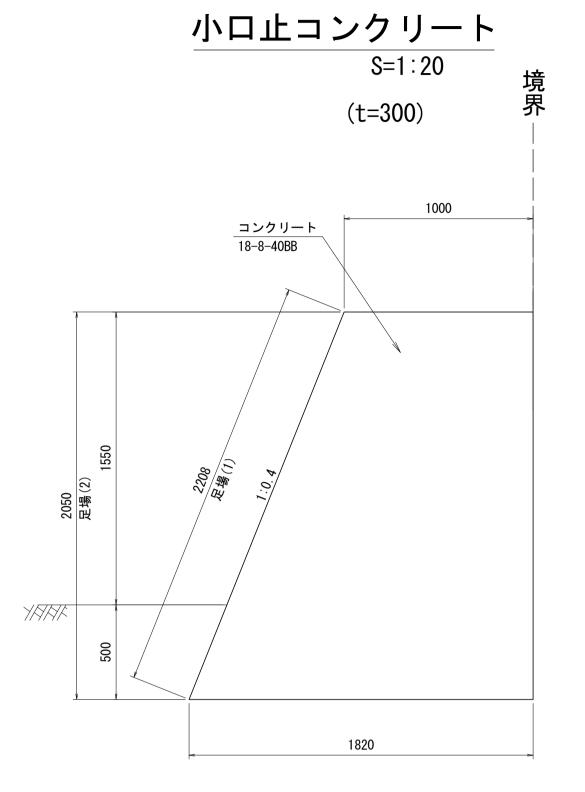

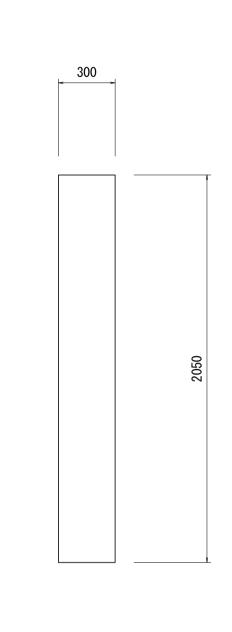

数量表				1箇所当
名称	規格	単位	数量	摘要
コンクリート	18-8-40BB	m3	0. 87	
同上型枠		m2	6. 44	
基面整正		m2	0. 55	
足場(1)		掛m2	(0. 66)	
足場(2)		挂hm2	(5, 78)	

13950 13950 1810 13950 1810 13950 1810 13950 1810 13950 1810 1810 13950 1810 13950 1810 13950 1810 1810 1810 1810 1810 1810 1810 18		0.17.0
H-3 20m SI-3.44m 用骨侧侧侧侧侧侧侧侧侧侧侧侧侧侧侧侧侧侧侧侧侧侧侧侧侧侧侧侧侧侧侧侧侧侧侧侧		5
H-3. 20m SL=3. 44m	13950	
DL=20.00	H=3.16m St=3.40m	H=3.20m


※ こ	മ	図	面	は	Α	1	#	1	ズ	を	原	4	لح	す	7

	次この区面はATケイスを除りこする。						
工事名	令和2年度河川市交第1号 (仮称)津西会館別館造成工事						
施工箇所名 津市観音寺町地内							
図 面 名	ブロック積擁	ブロック積擁壁(3)工法図2					
縮尺	図 示	図面番号	20 / 30				
事 業 所 名 津 市 建 設 部 河 川 排 水 推 進 室							

排水設備詳細図(1)


S=1:10

プレキャストU型側溝(1)

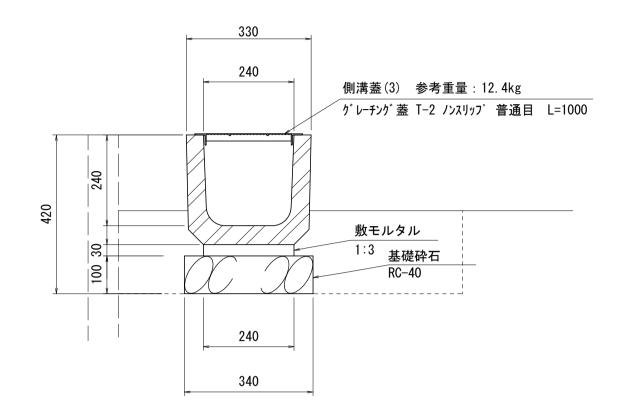


数量表				10m当り
名称	規格	単位	数量	摘要
プレキャストU型側溝	U-240	本	16. 50	リサイクル認定製品
敷モルタル	1:3	m3	0. 07	
基礎砕石	RC-40 t=100	m2	3. 40	
基面整正		m2	3. 40	

床掘り:0.20m3/m 埋戻し:0.13m3/m

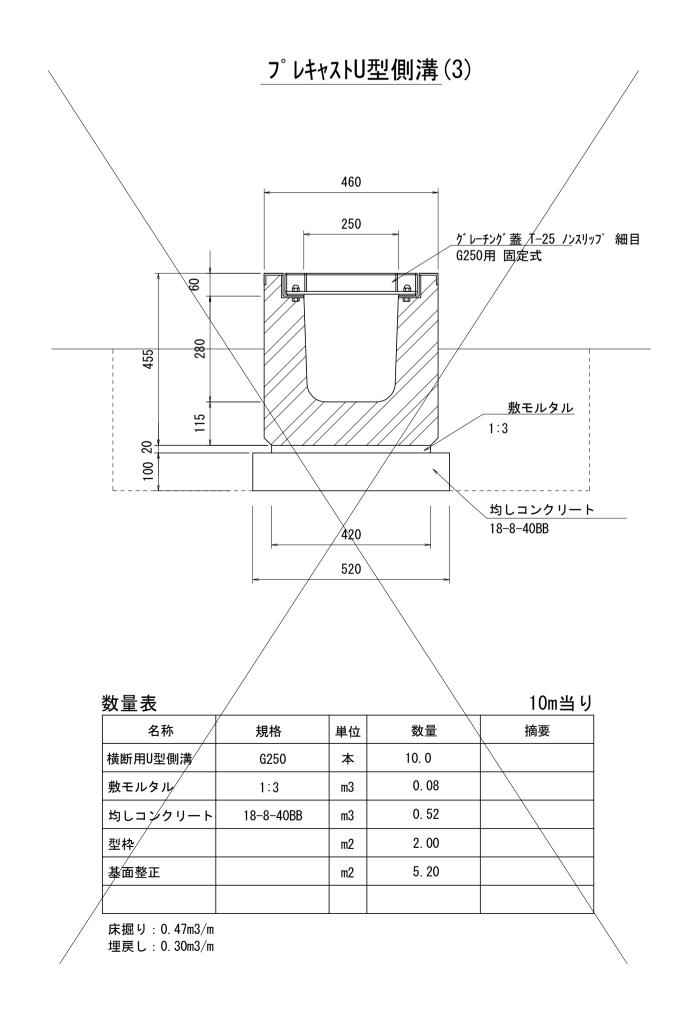


プレキャストU型側溝(4) (勾配付け)

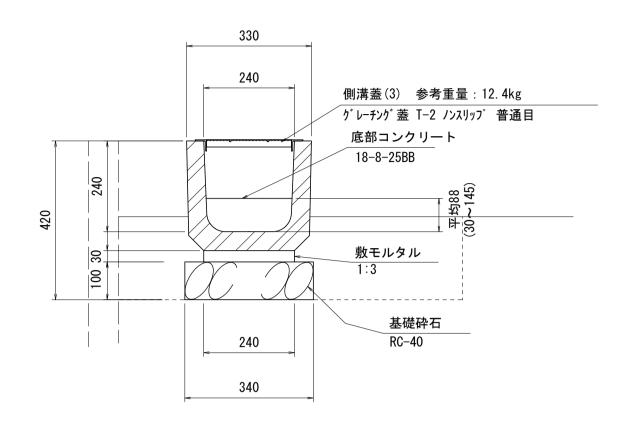

数量表				10m当り
名称	規格	単位	数量	摘要
プレキャストU型側溝	U-240	本	16. 50	リサイクル認定製品
敷モルタル	1:3	m3	0. 07	
基礎砕石	RC-40 t=100	m2	3. 40	
基面整正		m2	3. 40	
底部コンクリート	18-8-25BB	m3	0. 21	


床掘り:0.20m3/m 埋戻し:0.13m3/m

側溝蓋(6)

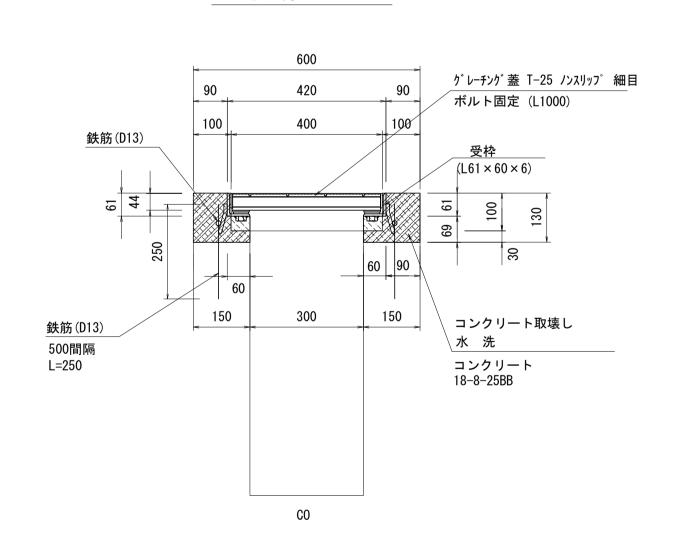

数量表				10m当り
名称	規格	単位	数量	摘要
グレーチング蓋	B300 T-25 ノンスリッフ゜ 細目 ボルト固定 L=1000	枚	10. 00	受枠含む 参考重量52.5kg
コンクリート取壊し	無筋	m3	0. 30	
鉄筋	D13 SD345	kg	29. 90	
削孔	L=150	孔	40. 00	
コンクリート	18-8-25BB	m3	0. 30	
型枠		m2	4. 00	

プレキャストU型側溝(2)

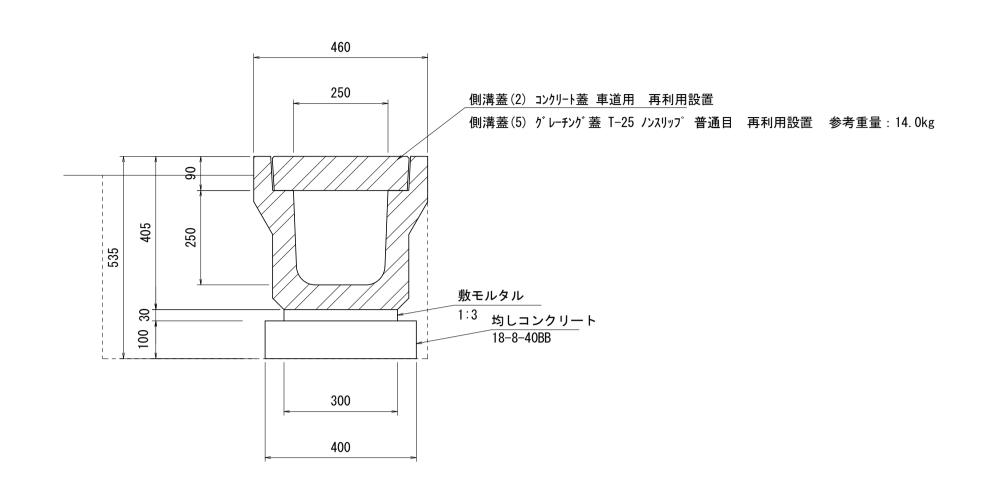

数量表				10m当り
名称	規格	単位	数量	摘要
プレキャストU型側溝	3種250	本	5. 0	リサイクル認定製品
敷モルタル	1:3	m3	0. 09	
均しコンクリート	18-8-40BB	m2	0. 40	
型枠		m2	2. 00	
基面整正		m2	4. 00	

床掘り:0.20m3/m 埋戻し:0.20m3/m

※この図面は A	※この図面はA1サイズを原寸とする。							
工事名	令和2年度河川市交第1号 (仮称)津西会館別館造成工事							
施工箇所名	津市観音寺町	地 内						
図面名	排水設備詳細	排水設備詳細図(1)						
縮尺	1/10	図面番号	21 / 30					
事業所名	津市建設部河	川排水推進	É 室					


排水設備詳細図(2)

10m当り

S=図示

自由勾配側溝

S=1:10

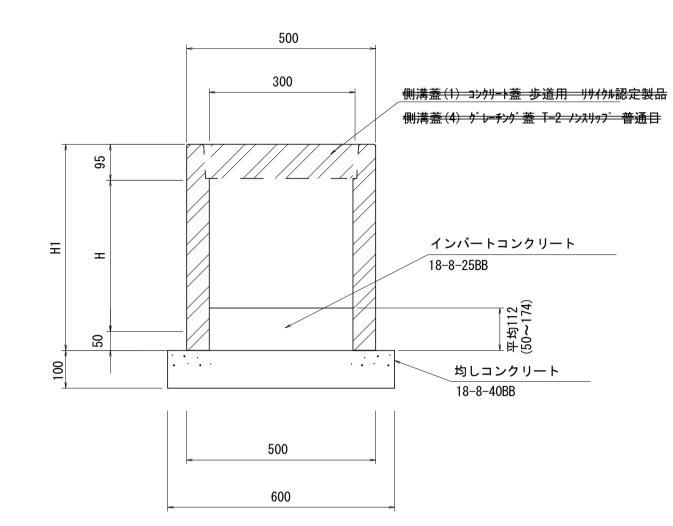


数量表					
D 扩	+8 +47	*****	数量		
名称	規格	単位	(1)	(2)	
自由勾配側溝	300 × 300	本	5. 0	_	
	1				

	7,21,4		(1)	(2)	
自由勾配側溝	300 × 300	本	5. 0	_	リサイクル認定製品
自由勾配側溝	300 × 400	本	_	5. 0	リサイクル認定製品
インバートコンクリート	18-8-25BB	m3	0. 38	0. 38	
均しコンクリート	18-8-40BB	m3	0. 60	0. 60	
型枠		m2	2. 00	2. 00	
基面整正		m2	6. 00	6. 00	


寸法表

呼び名	寸法(mm)		
(巾×深)	Н1	н	
300 × 300	445	300	
300 × 400	545	400	

自由勾配側溝展開図 V=1: 10 H=1:100

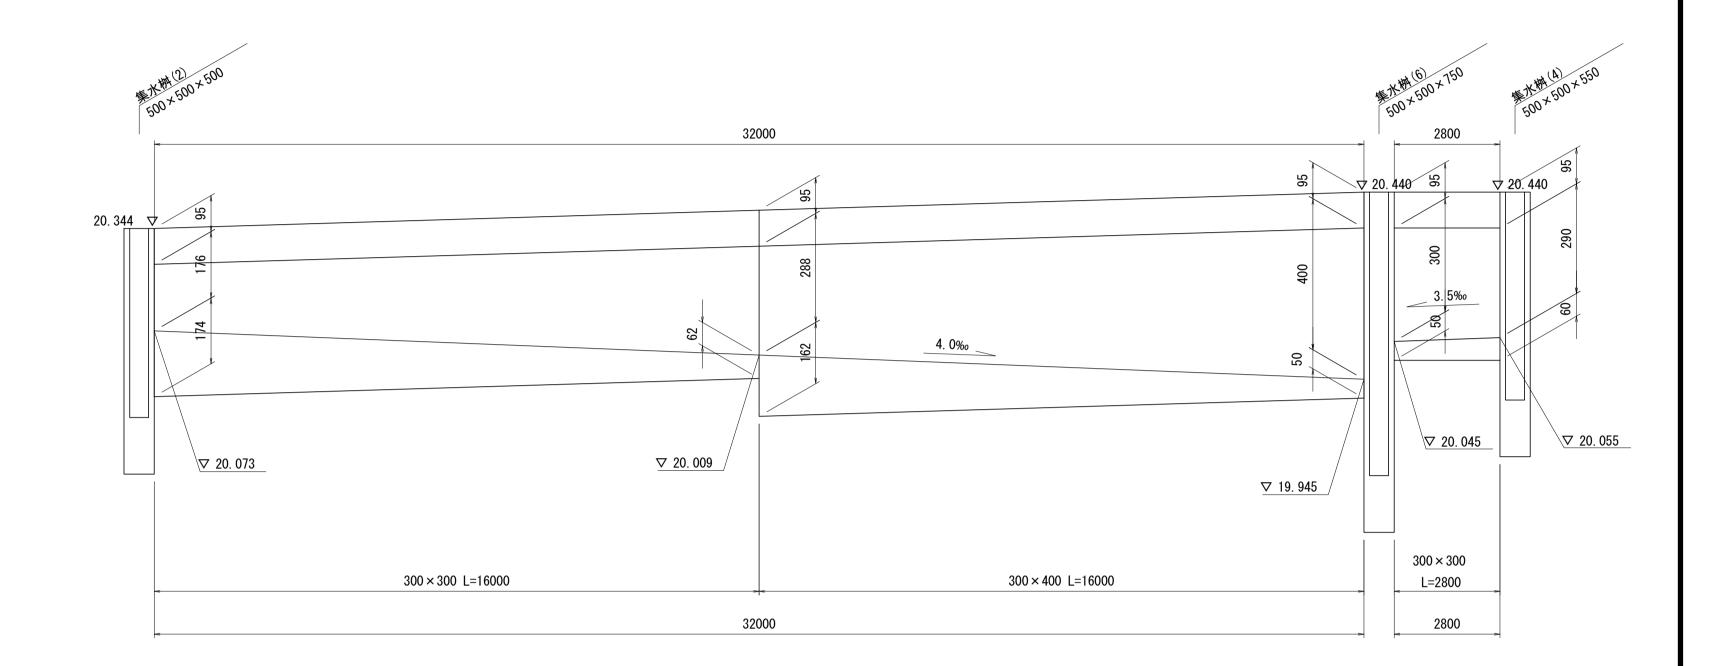

管渠(2) S=1:10

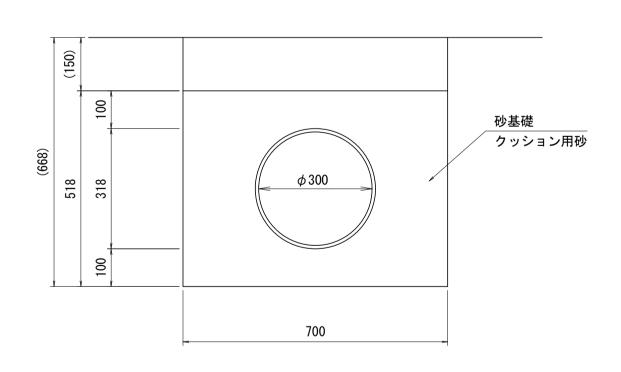

数量表				10m当り
名称	規格	単位	数量	摘要
塩化ビニル管	VU φ 300	m	10. 00	
砂基礎	クッション用砂	m3	2. 83	

床掘り:0.47m3/m 埋戻し:0.11m3/m


※この図面は A	※この図面はA1サイズを原寸とする。							
工事名	令和 2 年度河川市交第 1 号 (仮称)津西会館別館造成工事							
施工箇所名	津市観音寺町	地 内						
図 面 名	排水設備詳細	排水設備詳細図(2)						
縮尺	図 示	図面番号	22 / 30					
事業所名	津市建設部河	川排水推通	生室					

排水設備詳細図(3)

S=1:10

集水桝

平面図

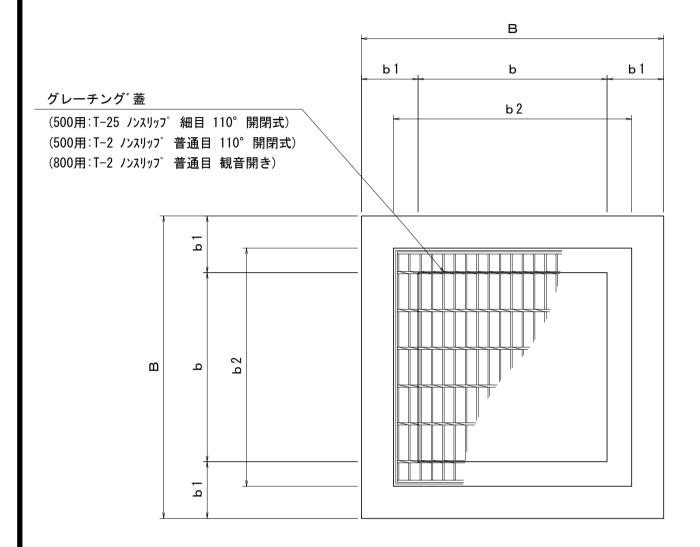


集水桝寸法表(mm)

番号		-	サイズ			В	b	b1	b2	Н
(1) (2) (3)	500	×	500	×	500	800	500	150	620	500
(4)	500	×	500	×	550	800	500	150	620	550
(5)	500	×	500	×	700	800	500	150	620	700
(6)	500	×	500	×	750	800	500	150	620	750
(7)	800	×	800	×	1500	1200	800	200	920	1500

数量表										1箇所当
7.76							数量			l+
名称	規格	単位	(1)	(2)	(3)	(4)	(5)	(6)	(7)	摘要
コンクリート	18-8-25BB	m3	0. 20	0. 20	0. 20	0. 21	0. 27	0. 29	1. 20	
型枠		m2	2. 60	2. 60	2. 60	2. 86	3. 64	3. 90	10. 20	
基礎砕石	RC-40 t=100	m2	0. 81	0. 81	0.8/1	0.81	0. 81	0. 81	1.00	
基面整正		m2	0. 81	0. 81	0. 81	0.81	0. 81	0. 81	1.00	
グレーチング蓋	500×500用 T-2	組	_	1. 00	/ -	/ -	_	1.00	_	受枠含む 参考重量20.7kg
グレーチング蓋	500×500用 T-25	組	_	_	/1.00	/1.00	_	-	_	受枠含む 参考重量65.3kg
グレーチング蓋	800×800用 T-2	組	-	_	_		_	_	1.00	受枠含む 参考重量59.9kg
足掛金物	W=300	個	ı	_	_	_	_	_	4. 00	
床掘り		m3	-	0. 86	1. 15	1. 28	1. 54	1. 79	_	
埋戻し		m3	_	0. 55	0. 84	0. 93	1.00	1. 32	-	


断面図

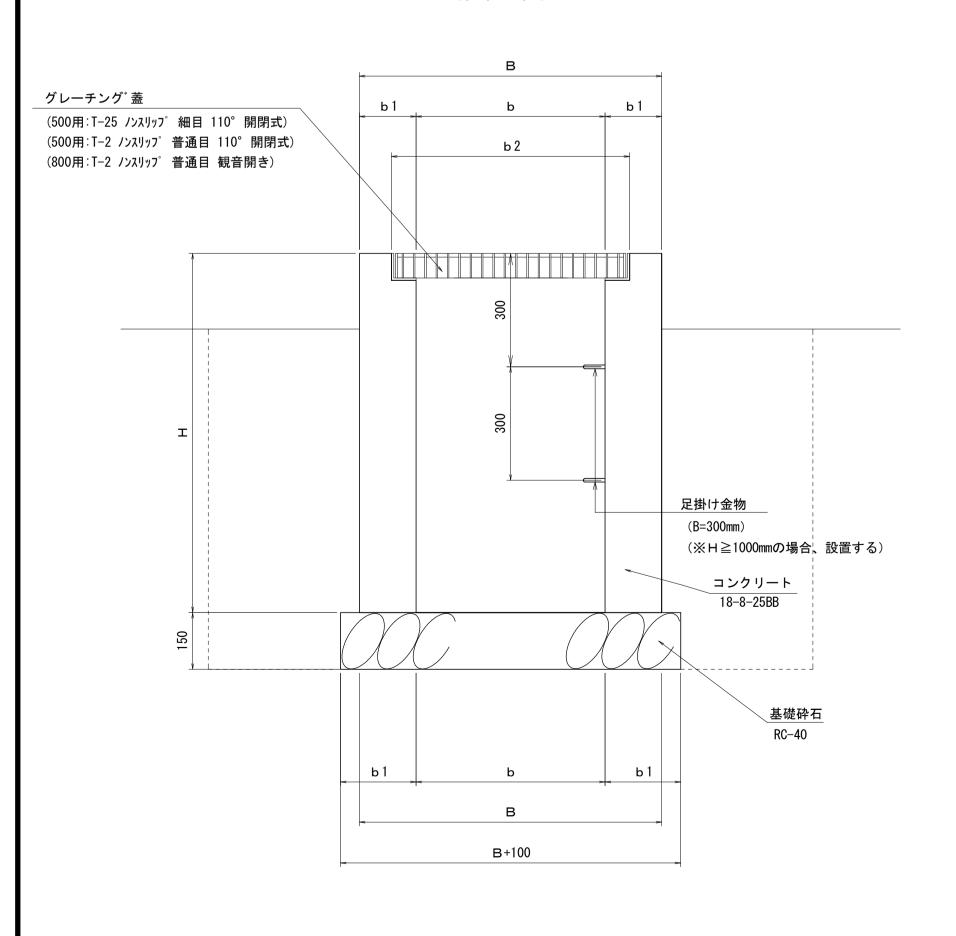

油 水 分 離 桝 (1)(2)


 $(500 \times 500 \times 600)$

平面図

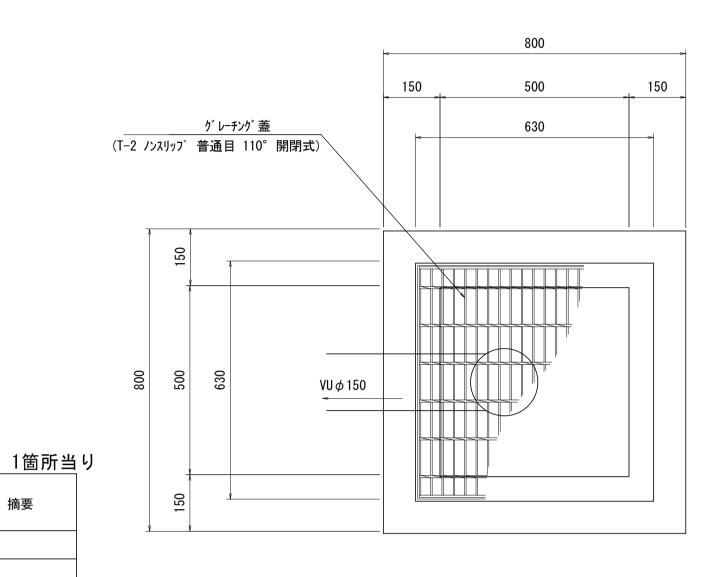

数量表	_	_		1箇所当
名称	規格	単位	数量	摘要
コンクリート	18-8-25BB	m3	0. 23	
型枠		m2	3. 12	
インバートコンクリート	18-8-25BB	m3	0. 01	
VU継手	90°エルボ <i>φ</i> 150用	個	1.00	
基礎砕石	RC-40 t=100	m2	0. 81	
基面整正		m2	0. 81	
グレーチング蓋	500 × 500 T-2	組	1.00	受枠含む 参考重量20.7kg

断 面 図

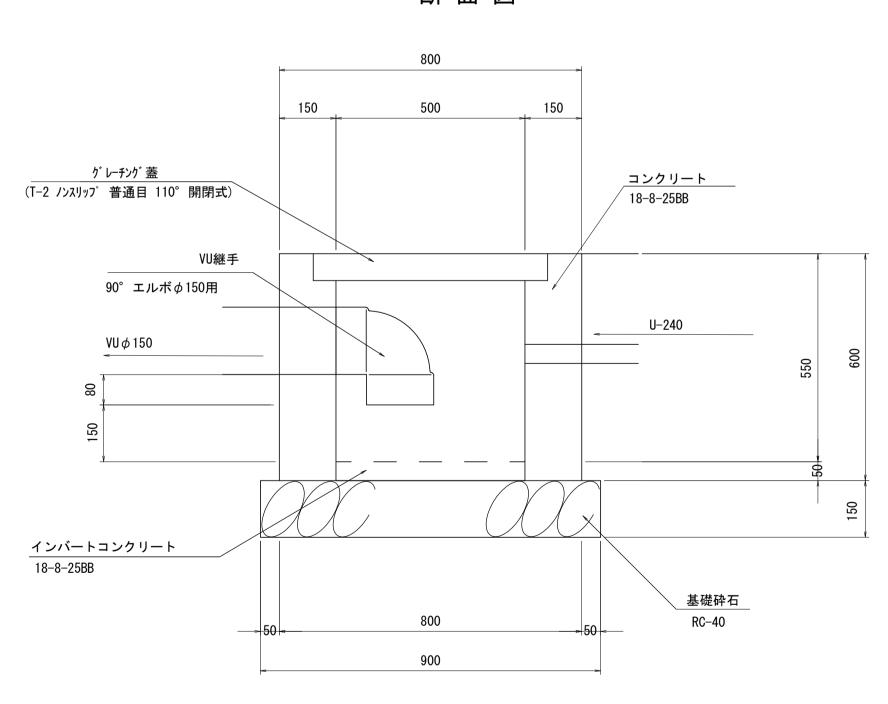


※この図面は A	※この図面は A 1サイズを原寸とする。							
工事名	令和 2 年度河川市交第 1 号 (仮称)津西会館別館造成工事							
施工箇所名	施工箇所名 津市観音寺町地内							
図 面 名	排水設備詳細図	排水設備詳細図(3)						
縮尺	1/10	図面番号	23 / 30					
事業所名	津市建設部河川	排水推進	室					

排水設備詳細図(4)


S=図示




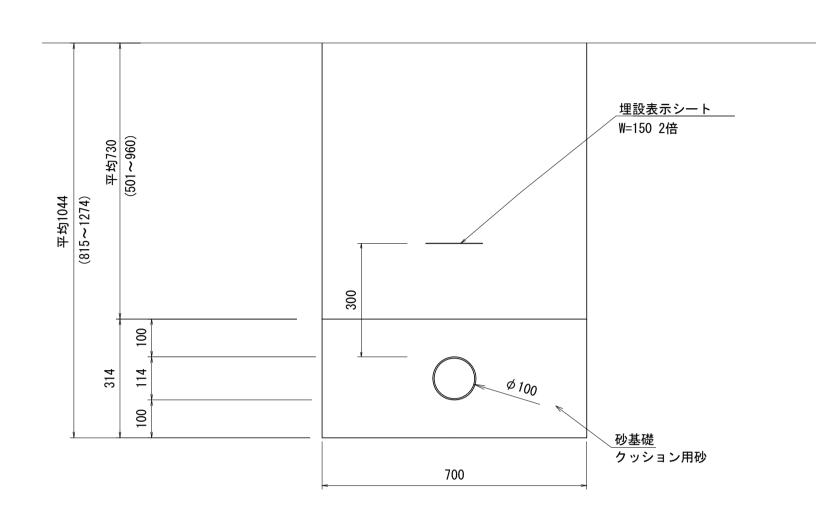

 数量表				10m当
名称	規格	単位	数量	摘要
塩化ビニル管	VU φ 100	m	10. 00	
砂基礎	クッション用砂	m3	1. 96	
埋設表示シート	W=150 2倍	m	10. 00	

床掘り:0.73m3/m 埋戻し:0.51m3/m

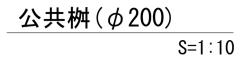

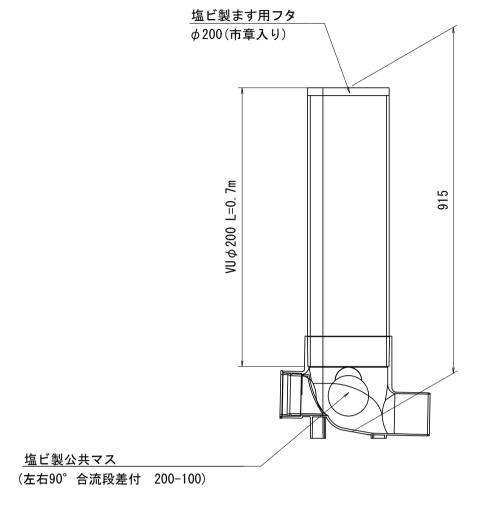


数量表				1箇所当	Ų
名称	規格	単位	数量	摘要	
塩ビ製公共マス	左右90° 合流段差付 200-100	基	1.0		
塩ビ製ます用フタ	φ200用 市章入り	基	1.0		
直管	VU φ 200	m	0. 70		

掘削:0. 20m3/箇所 埋戻し:0. 17m3/箇所

汚水管引込標準断面図

S=1: 50

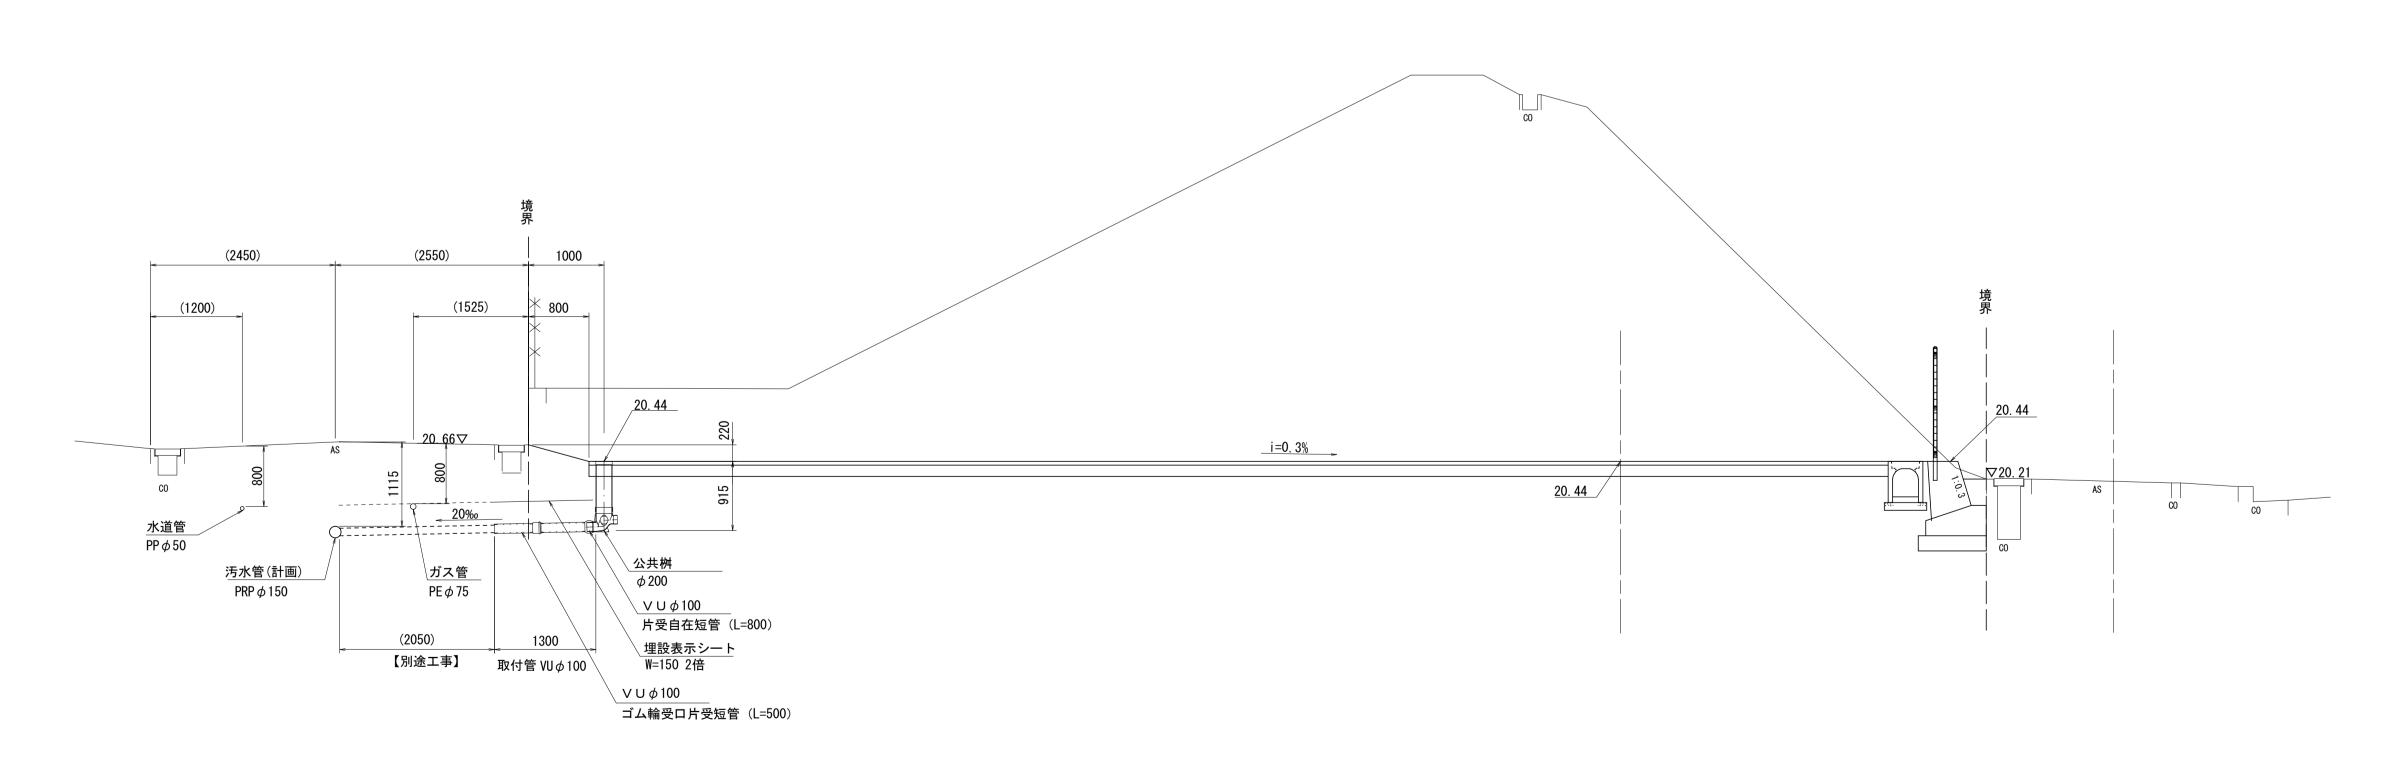

※:の図面はΔ 1 サイズを頂せとする


※この図面は A 1サイスを原寸とする。							
工事名	7	令和2年度河川市交第1号 (仮称)津西会館別館造成工事					
施工箇所名	2	津市観音寺町地内					
図面名	1	排水設備詳細図(4)					
 縮反	2	図 示	図面番号	24 /	3 0		
事業所名	2	津市建設部河川排水推進室					


DL=15.00





S=1:20

集水桝(6)

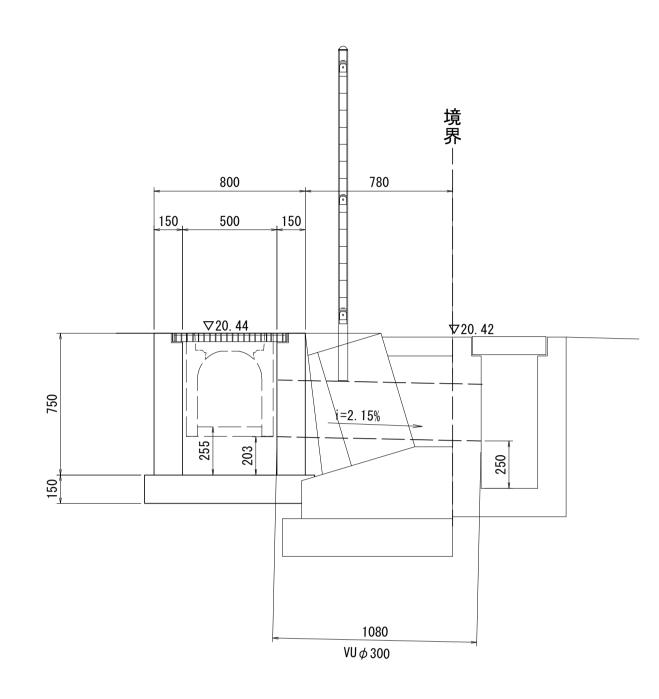


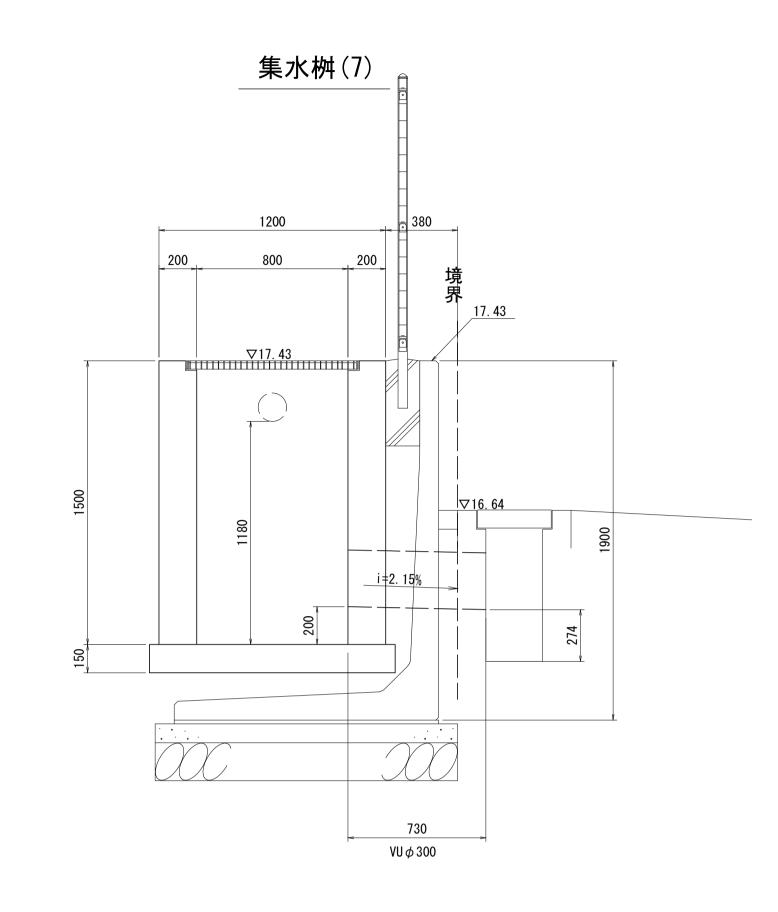

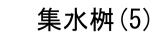


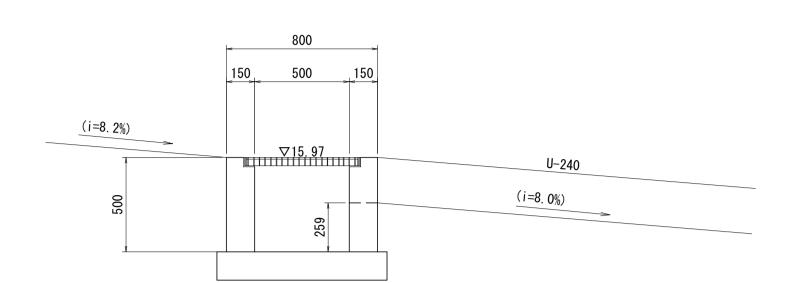

集水桝(1)

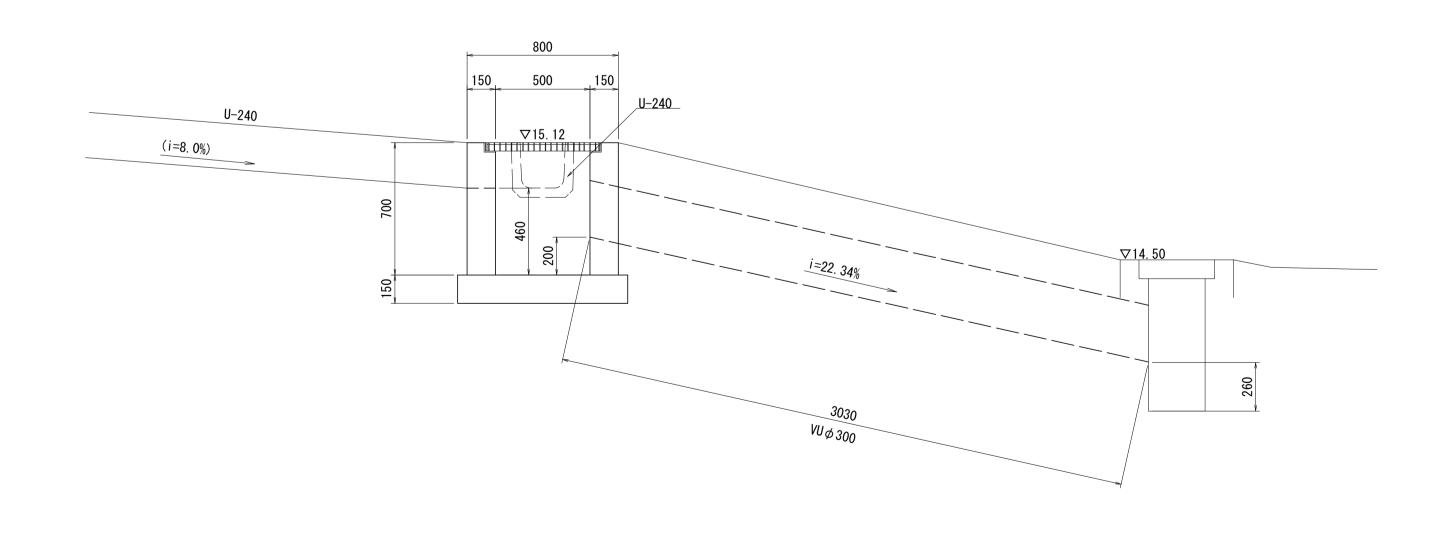

油水分離桝

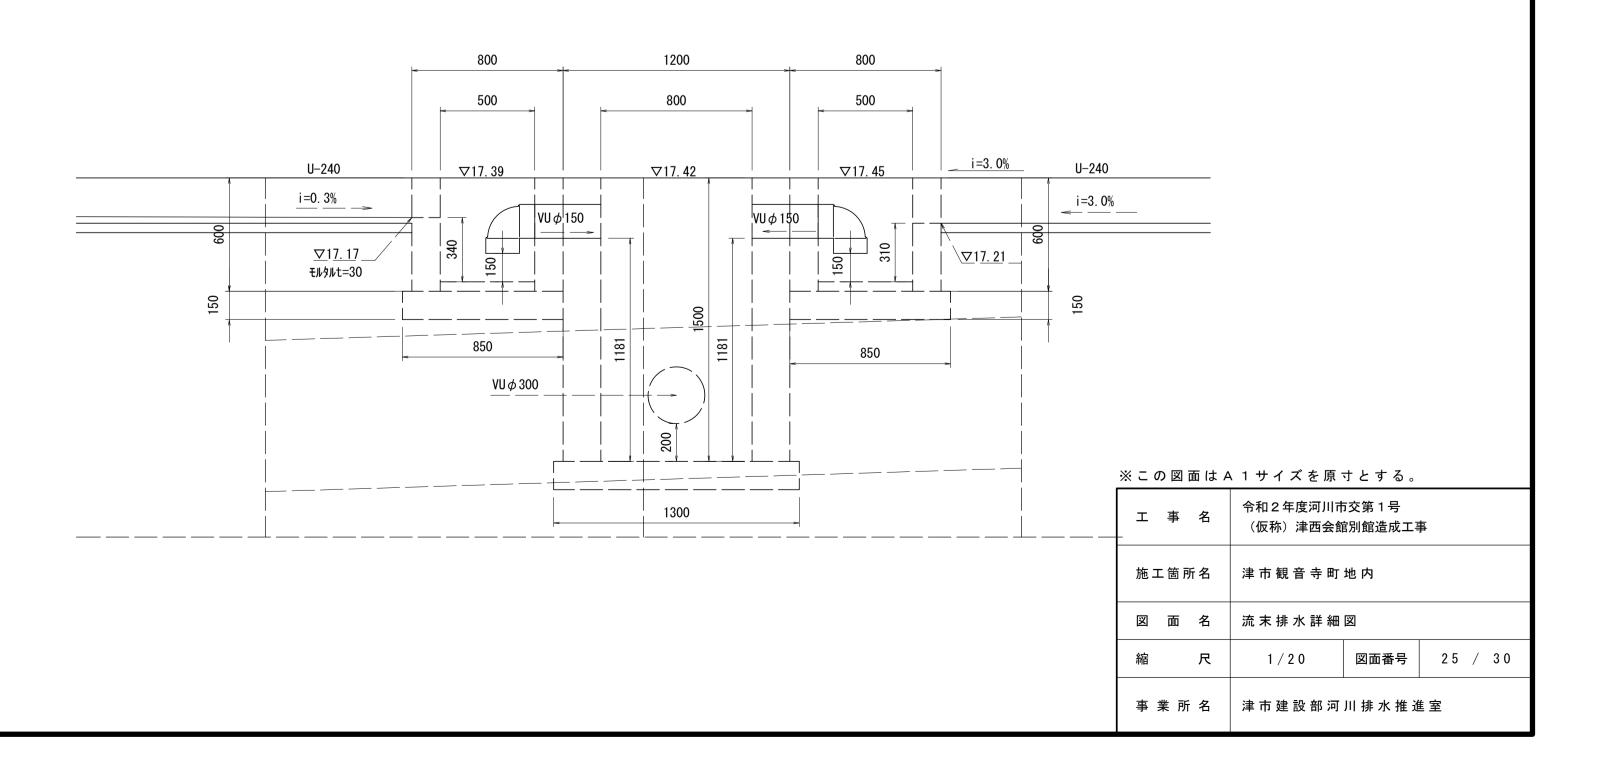


各種工法図(1)


S=図示

舗装構成図 S=1:10


アスファルト舗装(建物敷、駐車場敷)

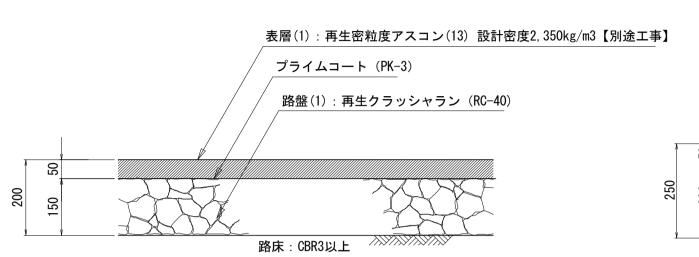


アスファルト舗装(乗入部)

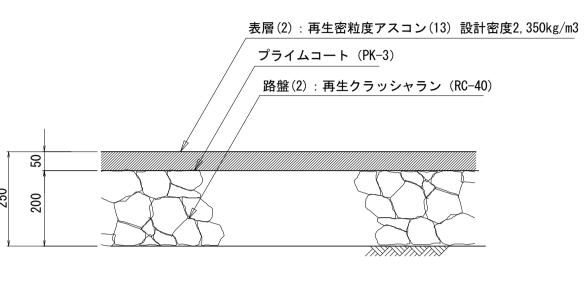


アスファルト舗装(復旧部)

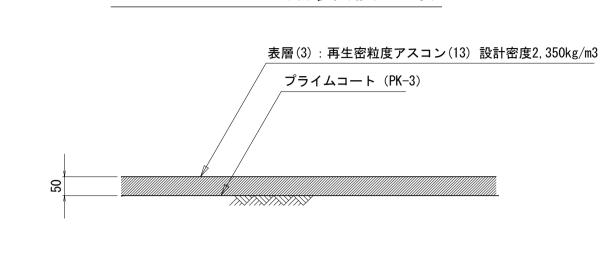


コンクリート舗装

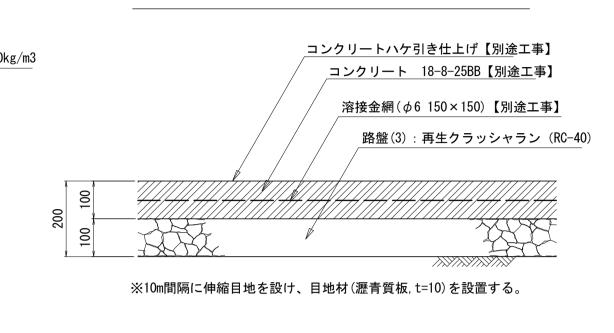

張りコンクリート

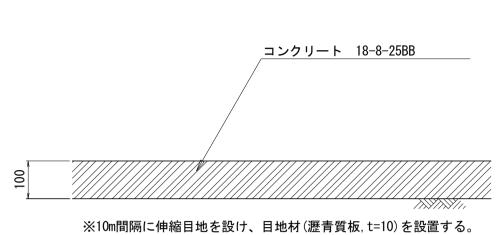

ハンドホール(HH1) $(600 \times 600 \times 600)$ S=1:20

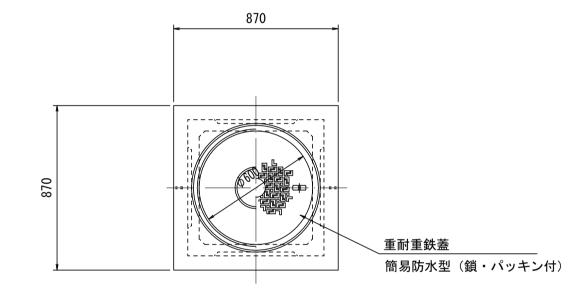

□870

 ϕ 600

□720

□820

単位

数量

10.00

6. 72

6. 72

規格

H1-6 R2K

RC-40, t=100


基礎砕石 RC-40

10箇所当り

参考重量540kg


電線管埋設

S=1:20

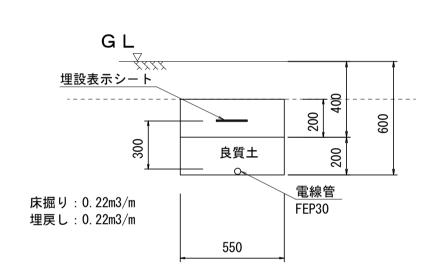

歩車道境界ブロック

通常用

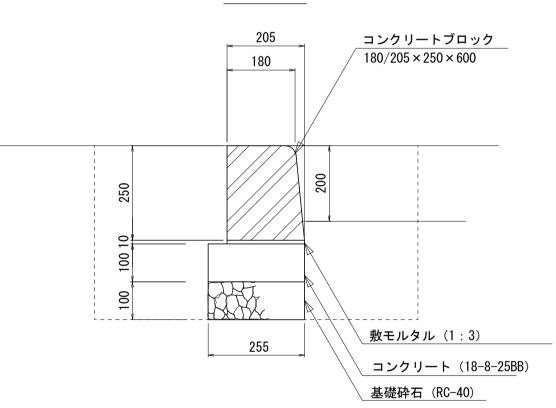


 数量表	10m当			
名称	規格	単位	数量	摘要

歩車道境界ブロック	$180/205 \times 250 \times 600$	個	16. 5	
敷モルタル	1:3	m3	0. 02	
コンクリート	18-8-25BB	m3	0. 31	
型枠		m2	2. 00	
基礎砕石	RC-40 t=100	m2	3. 05	
基面整正		m2	3. 05	

床掘り:0.39m3/m 埋戻し:0.29m3/m

切り下げ用

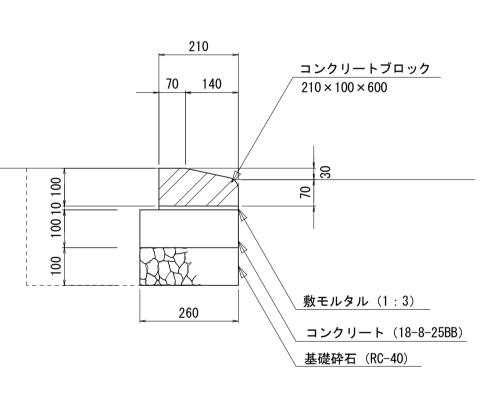

数量表 10m当り

名称	規格	単位	数量	摘要
歩車道境界ブロック	210 × 155 × 600	個	16. 5	
敷モルタル	1:3	m3	0. 02	
コンクリート	18-8-25BB	m3	0. 31	
型枠		m2	2. 00	
基礎砕石	RC-40 t=100	m2	3. 10	
基面整正		m2	3. 10	

埋戻し: 0.10m3/m

床掘り:0.17m3/m

床掘り	:	1.69m3/箇所
埋戻し	:	1.28m3/箇所

ハンドホール

基礎砕石

基面整正


※この図面は A 1サイズを原寸とする。							
工事名	令和2年度河川市交第1号 (仮称)津西会館別館造成工事						
施工箇所名 津市観音寺町地内							
図面名	各種工法図(1	各 種 工 法 図(1)					
縮尺	図 示	図面番号	2 6	/ 3	3 0		
事業所名	津市建設部河川排水推進室						

各種工法図(2)


S=1:20


コンクリート階段

平 面 図

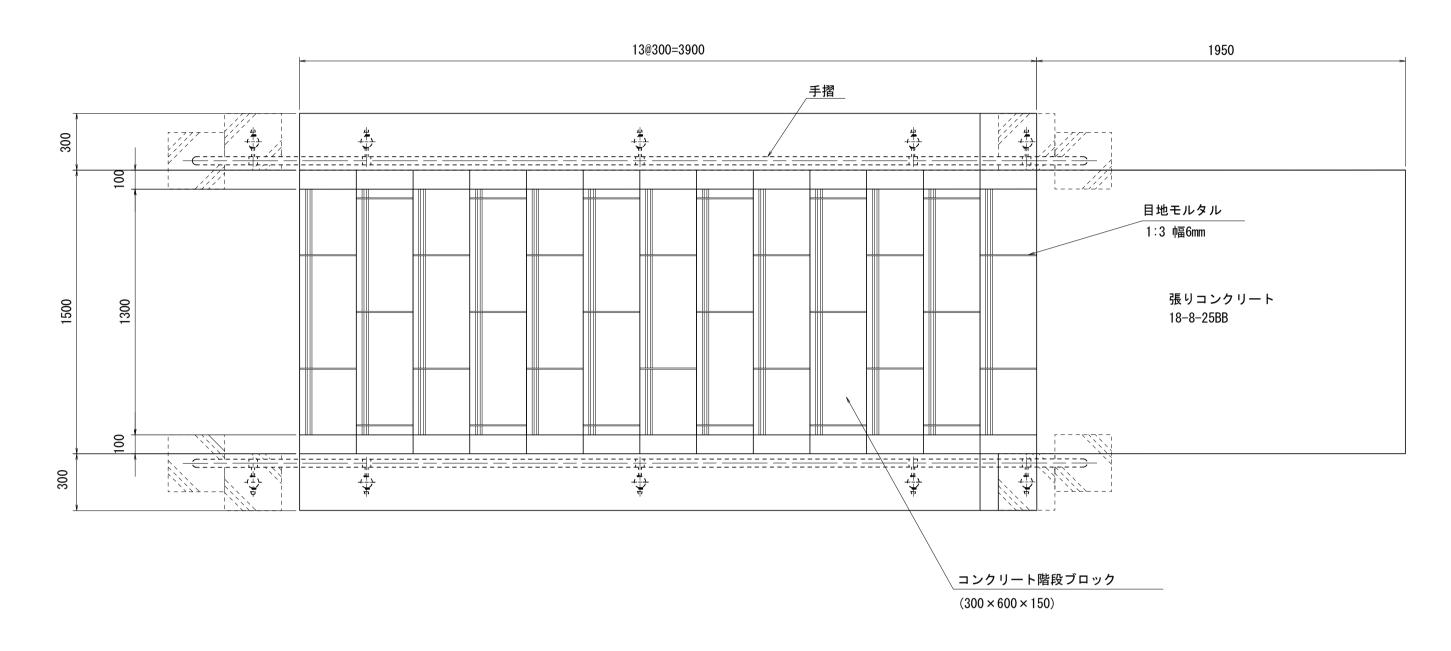

数量表	I			1箇所当り
名称	規格	単位	数量	摘要
擬石階段ブロック	300×600×170 溝付きタイプ, グレー御影	個	29. 00	UG3617-S2同等品以_ L=16.9m
モルタル	1:3, 空練り	m3	0. 23	
モルタル仕上げ	1:3, 金ゴテ仕上げ	m2	1. 09	
コンクリート	18-8-25BB	m3	2. 00	
同上型枠		m2	2. 23	
溶接金網	φ 6 200×200	m2	8. 45	
円形空洞型枠	φ100	m	1. 20	
捨てコンクリート	18-8-25BB, t=40	m3	0. 35	
同上型枠		m2	0. 32	
張りコンクリート	18-8-25BB, t=100	m2	2. 93	
同上型枠		m2	0. 54	
溶接金網	φ 6 150×150	m2	2. 93	
基礎砕石	RC-40 t=100	m2	12. 66	
基面整正		m2	12. 66	

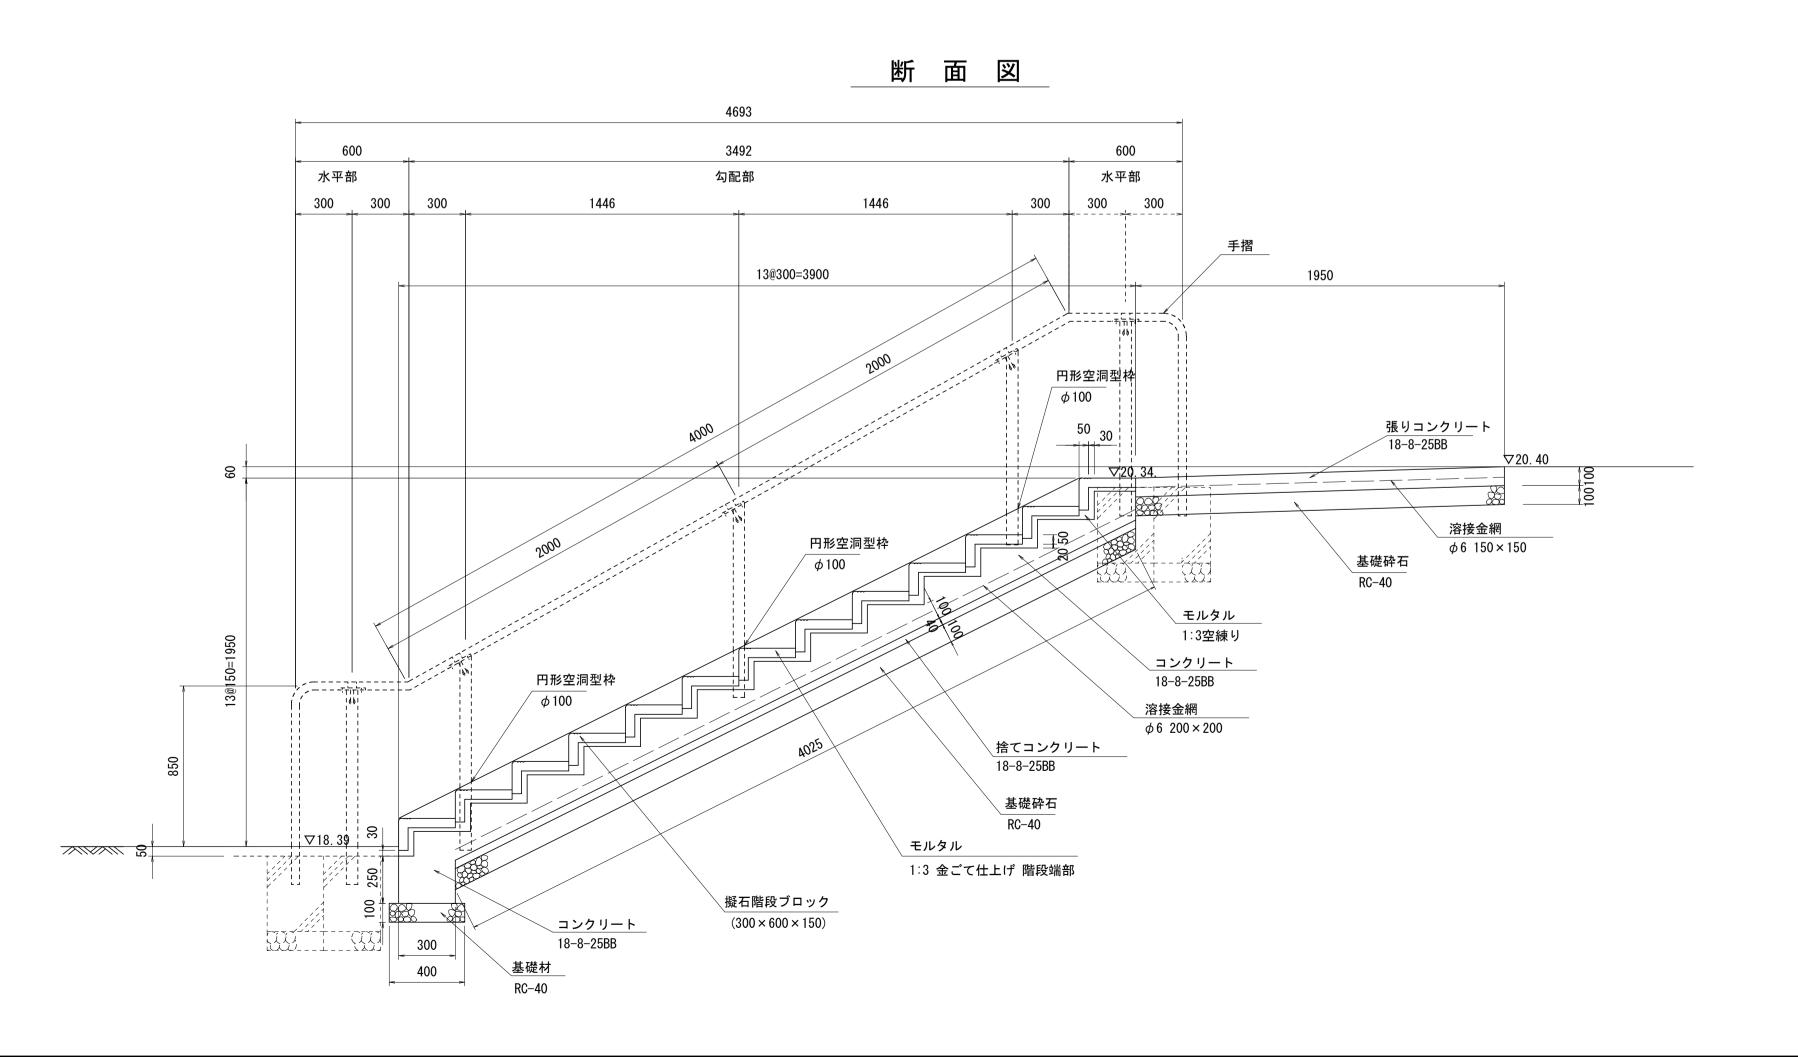


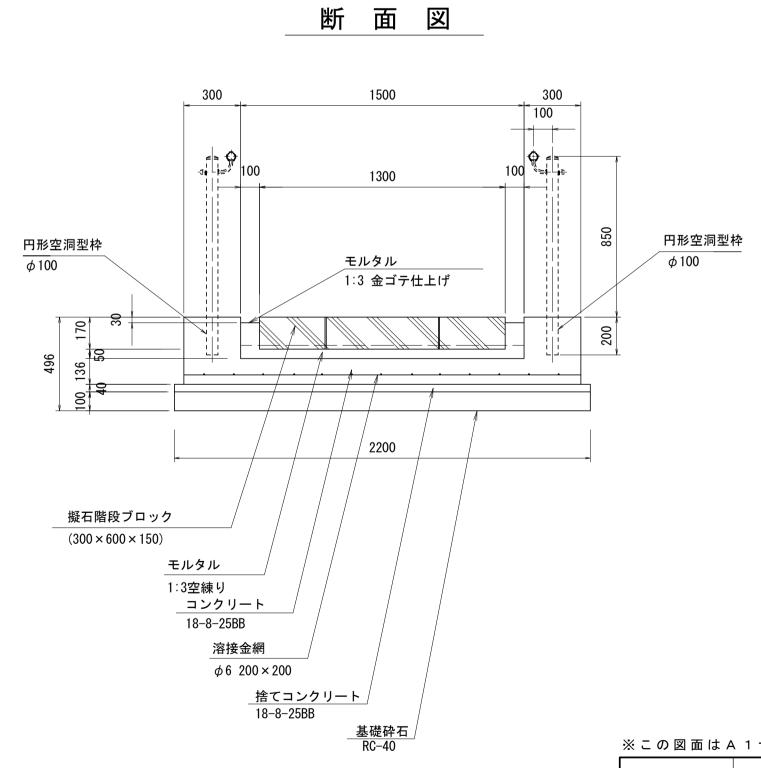



※この図面は A 1サイズを原寸とする。							
工事名	令和 2 年度河川市交第 1 号 (仮称)津西会館別館造成工事						
施工箇所名 津市観音寺町地内							
図 面 名	各種工法図(2)						
縮尺	1/20 図面番号 27 / 30						
事 業 所 名 津 市 建 設 部 河 川 排 水 推 進 室							


各種工法図(3)

S=図示

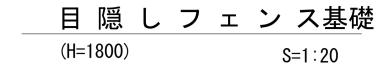

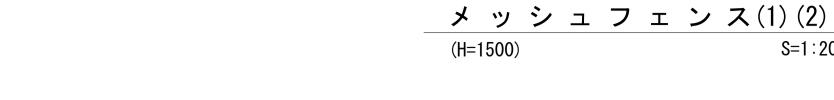

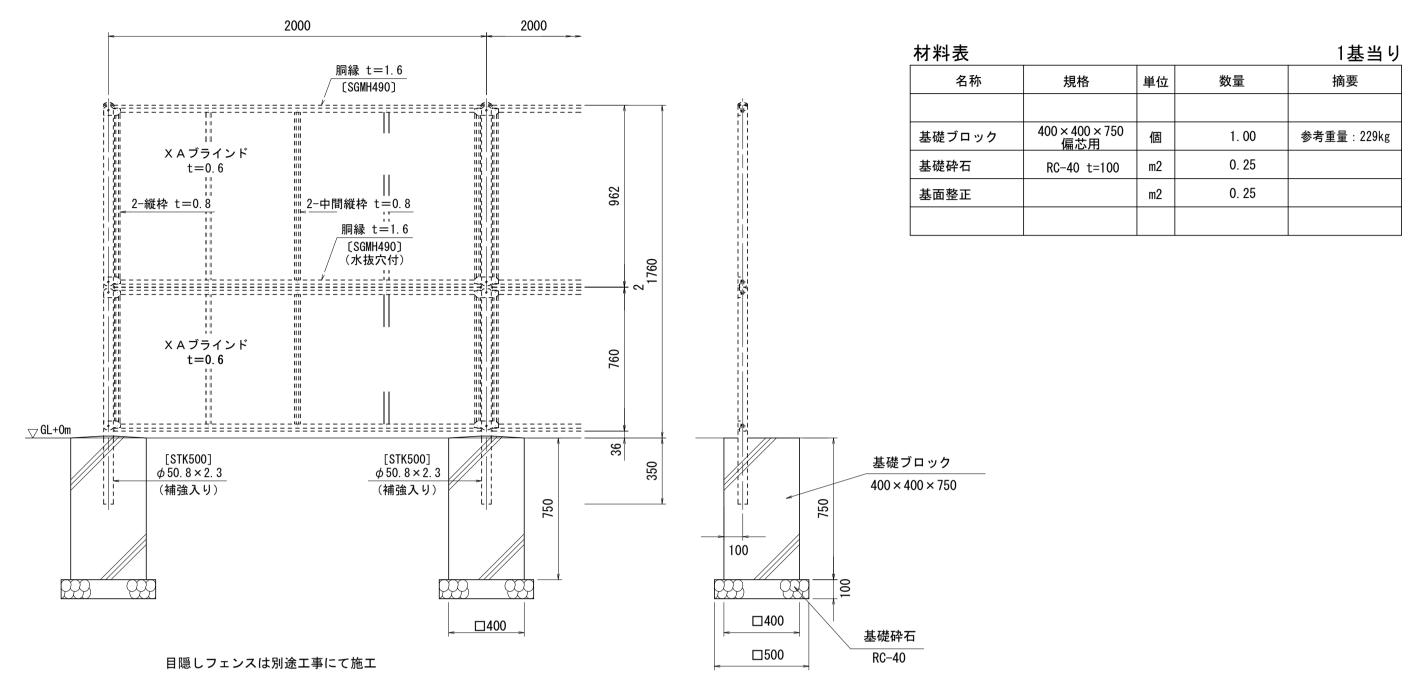

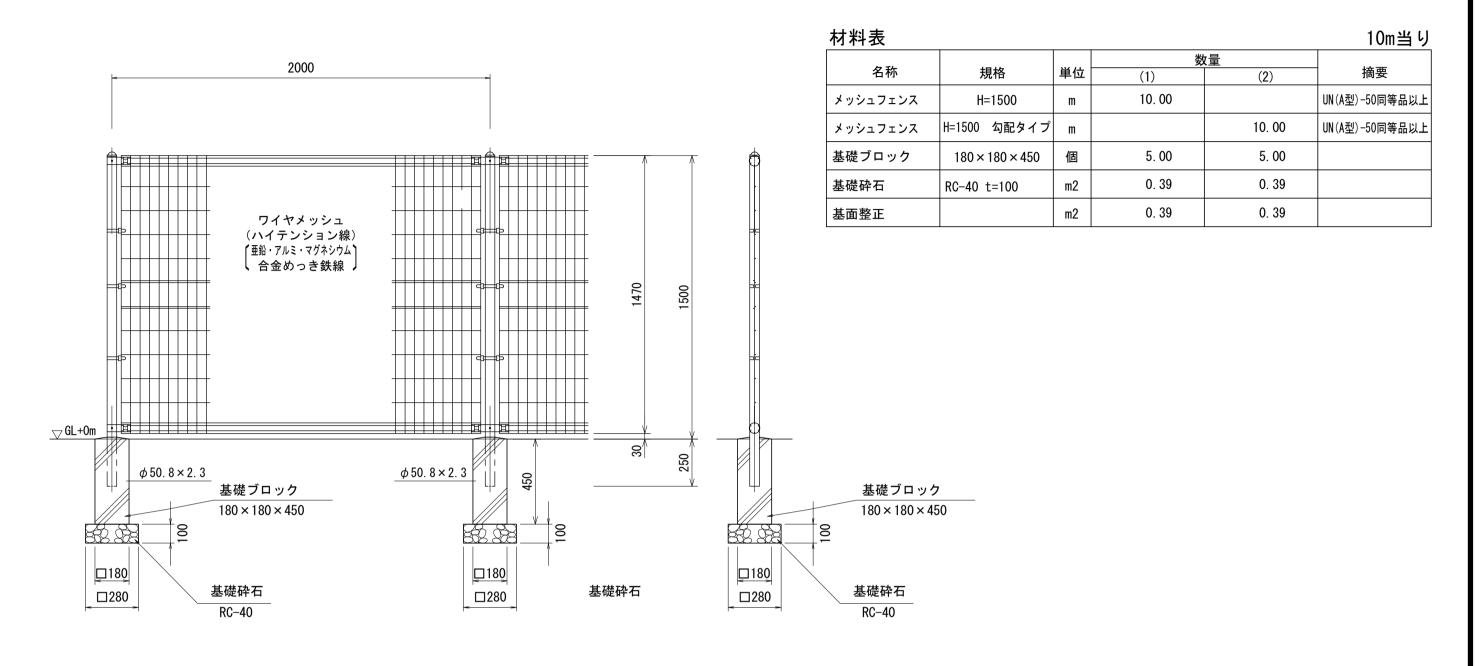


令和2年度河川市交第1号

事 業 所 名 津市建設部河川排水推進室

(仮称)津西会館別館造成工事

図面番号 28 / 30

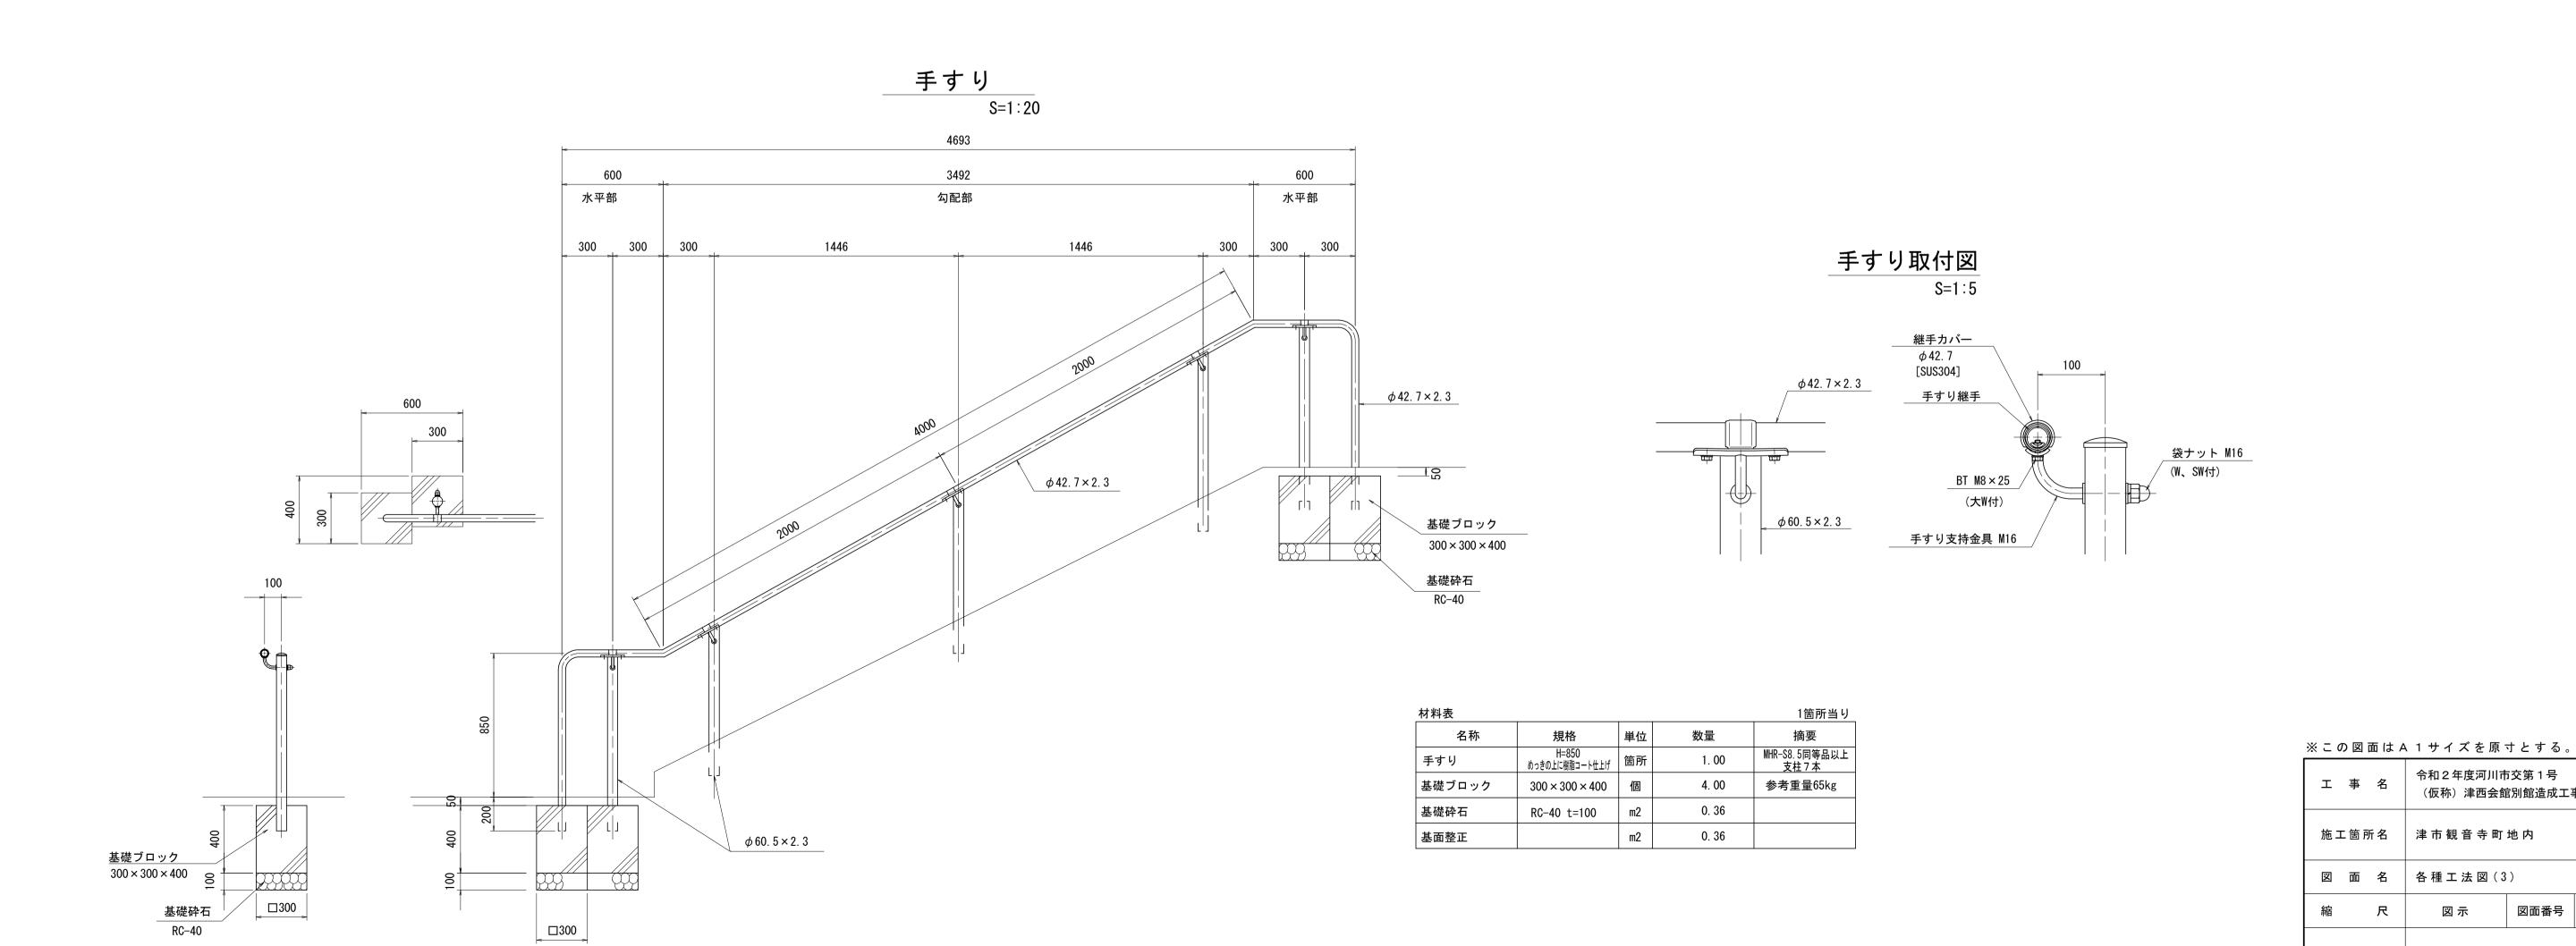



撤去工詳細図(1)

S=1:20


メッシュフェンス

___基礎ブロック CBブロック

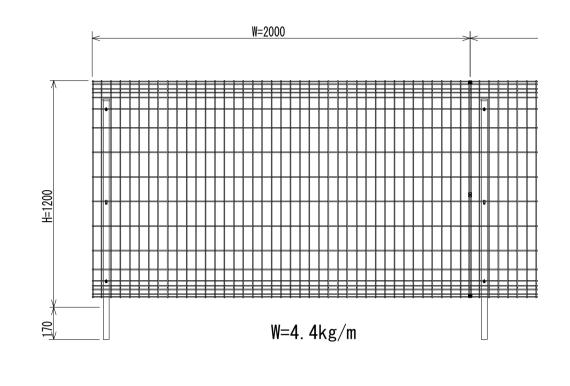


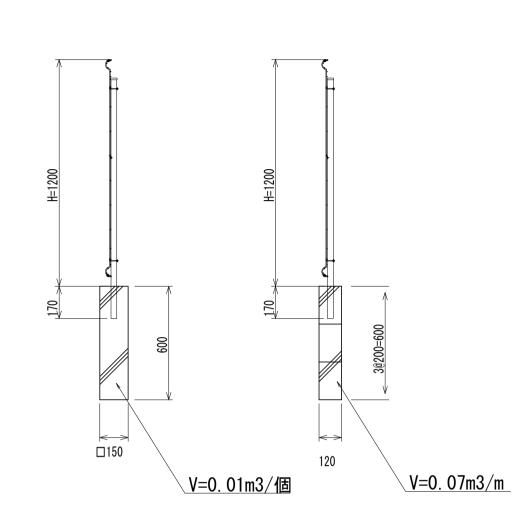


___重力式擁壁

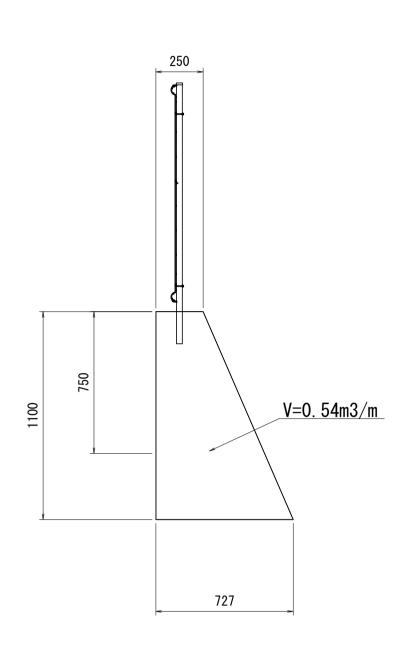

コンクリート柵板

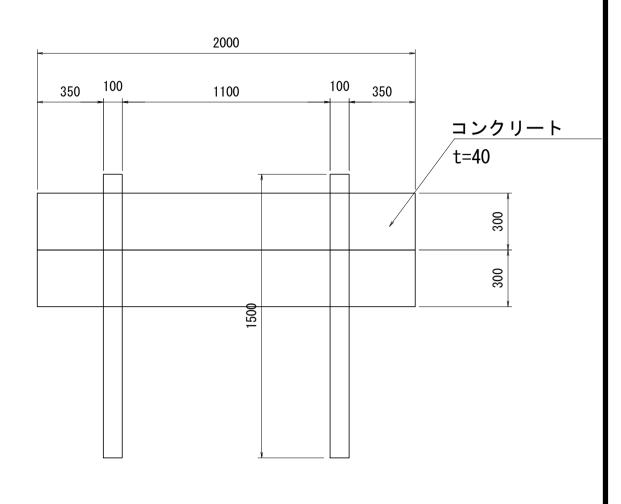


U字溝240

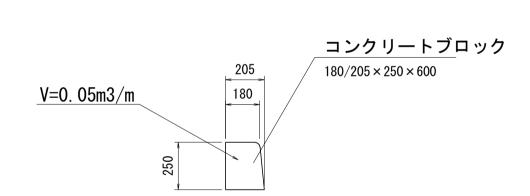


<u>歩車道境界ブロック</u>


プレキャストL型擁壁

V=0. 23m3/m

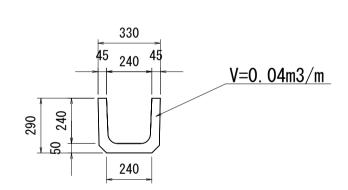

地先境界ブロック

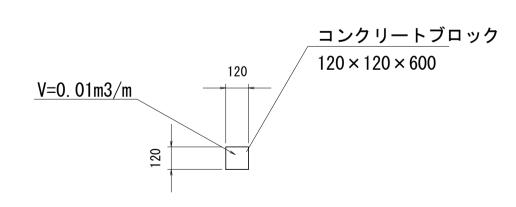

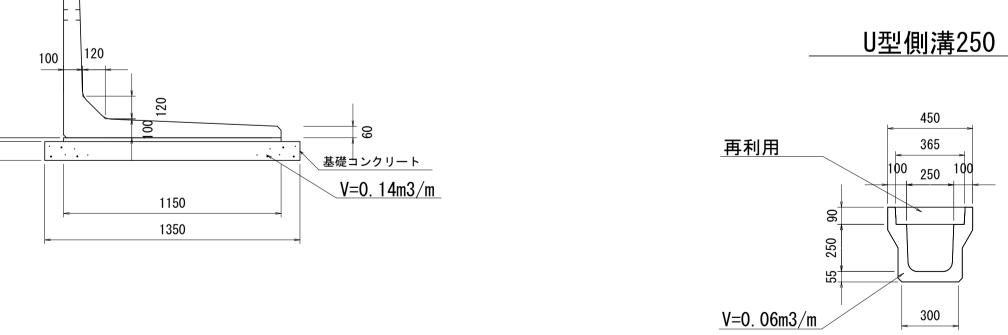

※この図面はA1サイズを原寸とする。


 スこの国間はA 「)「 ハ こ が う こ す も 。						
工事名	令和2年度河川市交第1号 (仮称)津西会館別館造成工事					
施工箇所名	津市観音寺町地内					
図 面 名	撤去工詳細図(1)					
縮尺	1/20 図面番号 29 / 30					
事 業 所 名	津市建設部河川排水推進室					

撤去工詳細図(2)


S=1:20

ブロック積擁壁


展開図

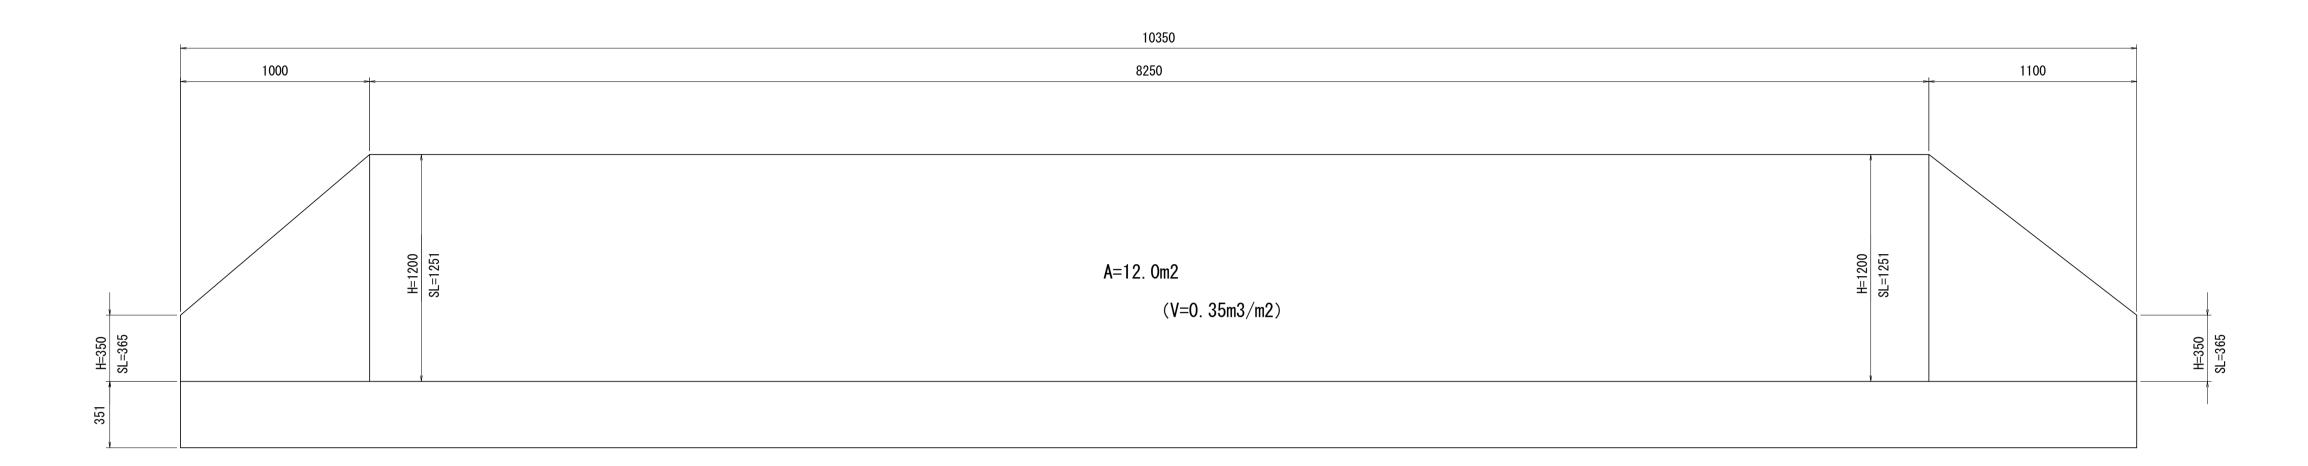

H=1.20m

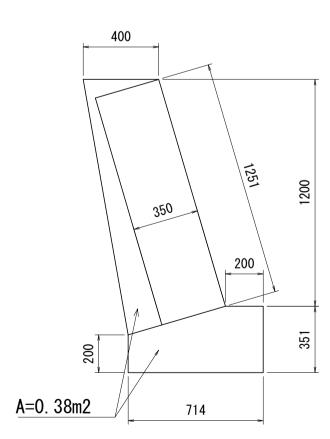

H=0.35m

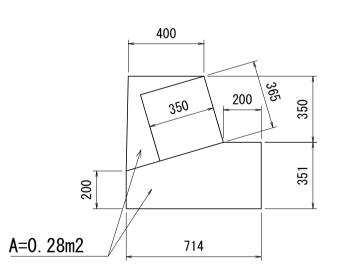

※この図面はΔ1サイズを頂せとする

※ こ の 図 面 は A 1 サ イ ズ を 原 寸 と す る 。							
工事名	令和2年度河川市交第1号 (仮称)津西会館別館造成工事						
施工箇所名	箇所名 津市観音寺町地内						
図 面 名	撤去工詳細図(2)						
縮尺	1 / 2 0	図面番号	30 / 30				
事業所名	津市建設部河川排水推進室						