


橋梁補修一般図 蛇谷橋

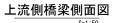


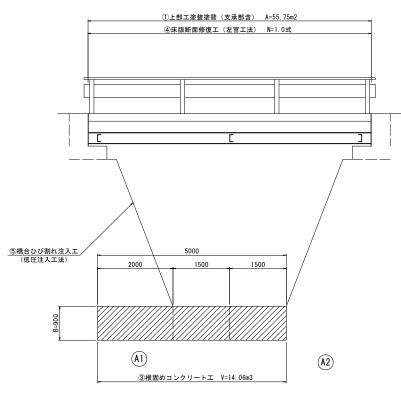


平 面 図

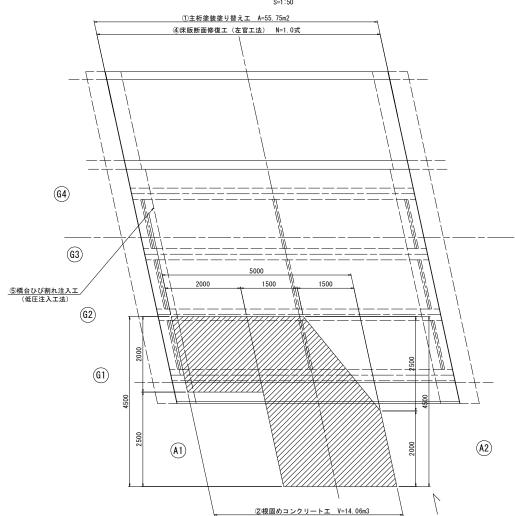


断 面 図

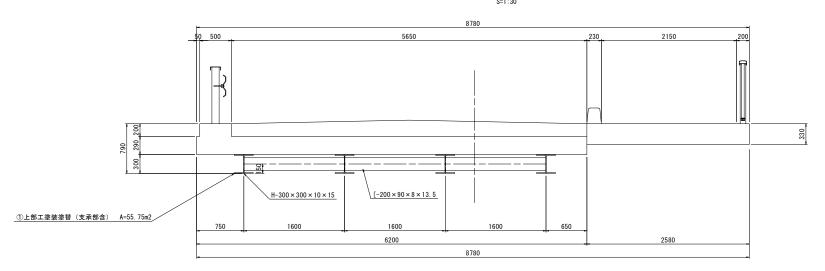

支承部詳細図

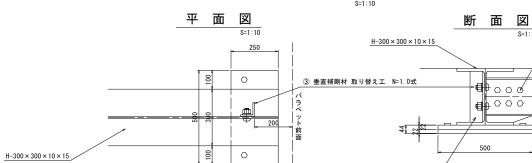

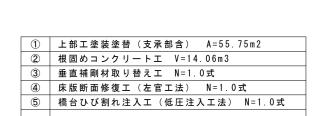

L 75*75*9*270 (SS400)

S=1:10 H. T. B (M20)

蛇	谷橋					
ж=	の図面	はA1サィ	/ ズを原	寸と	する。	
I	事 名		令和2年度 南橋維補第1号 蛇谷橋ほか2橋橋梁長寿命化修繕(上部工)工事			
施工	箇所名	津市 美杉町八知ほか2町 地内				
図面の種類		橋梁神	甫修一般	図		
縮	尺	図	示		図面番号	1/11
事業所名		津市	建設部	津西	有工事事務所	

\[-200 × 90 × 8 × 13.5

橋梁補修詳細図

析 下 面 S=1:50 G 1 G 2 G 3 G 4 (D) (A2) (A1) ②(床版下面全面)

__損傷状況及び形状寸法_

径間位置	箇所番号	主析番号	箇所位置	幅 (mm)	長さ (mm)	厚さ (mm)	箇所数	損傷の種類	補修処理工法
1至1月1立国	(1)				7500	子で ()			※装塗り替えエ
	(2)	G 4 主桁	桁全面	1450			1	腐食	
	(3)	G3·G4間横桁	桁全面	730	1330	-	1	腐食	塗装塗り替え工
	\simeq	G3·G4間横桁	桁全面	730	1330	-	1	腐食	塗装塗り替え工
	(4)	G3·G4間横桁	桁全面	730	1330	-	1	腐食	塗装塗り替え工
	(5)	G 3 主桁	桁全面	1450	7500	-	1	腐食	塗装塗り替え工
	(6)	G2·G3間横桁	桁全面	730	1330	-	1	腐食	塗装塗り替え工
	(7)	G2·G3間横桁	桁全面	730	1330	-	1	腐食	塗装塗り替え工
	(8)	G2·G3間横桁	桁全面	730	1330	-	1	腐食	塗装塗り替え工
	9	G 2 主桁	桁全面	1450	7500	-	1	腐食	塗装塗り替え工
	10	G 1 · G 2 間横桁	桁全面	730	1330	-	1	腐食	塗装塗り替え工
	(11)	G 1・G 2 間横桁	桁全面	730	1330	-	1	腐食	塗装塗り替え工
A1-A2	(12)	G 1·G 2 間横桁	桁全面	730	1330	-	1	腐食	塗装塗り替え工
AI-AZ	(13)	G 1 主桁	桁全面	1450	7500	-	1	腐食	塗装塗り替え工
	(14)	A 1. G 4 支承	支承	500	250	44	1	腐食	塗装塗り替えエ
	(15)	A 2. G 4 支承	支承	500	250	44	1	腐食	塗装塗り替え工
	(16)	A 1. G 3 支承	支承	500	250	44	1	腐食	塗装塗り替え工
	(17)	A 2. G 3 支承	支承	500	250	44	1	腐食	塗装塗り替え工
	(18)	A 1. G 2 支承	支承	500	250	44	1	腐食	塗装塗り替えエ
	(19)	A 2, G 2 支承	支承	500	250	44	1	腐食	塗装塗り替え工
	(20)	A 1, G 1 支承	支承	500	250	44	1	腐食	塗装塗り替え工
	(21)	A 2, G 1 支承	支承	500	250	44	1	腐食	垂直補剛材取り替え工
	(22)	A 1, G 4 支承	垂直補剛材	90	270	9	1	腐食	垂直補剛材取り替え工
	23)	A 2. G 4 支承	垂直補剛材	90	270	9	1	腐食	垂直補剛材取り替え工
	(24)	A 1. G 1支承	垂直補剛材	90	270	9	1	腐食	垂直補剛材取り替え工
	25)	A 2. G 1 支承	垂直補剛材	90	270	9	1	腐食	垂直補剛材取り替え工
	26)	床版	床版下面	5000	7480	10	全面	鉄筋露出	断面修復工
	(27)	A1橋台	縦壁	0. 2	3000	-	1	ひび割れ	ひび割れ注入エ


塗装塗替え工

塗 装 仕 様

アースコート同等品以上


塗装工程	塗料名	使用量(g/m2)	塗装間隔
塗膜除去	塗膜剥離剤	1回目 1.00kg/m2 2回目 0.50kg/m2	
素地調整(1)	3種 (B)		4時間以内
下塗(1)	脱脂剤兼用防錆被膜処理剤	40g/m2	1000
下塗(3)	変性エポキシ樹脂系特殊塗料下塗	100g/m2	1日以内
下塗(3)	変性エポキシ樹脂系特殊塗料下塗	100g/m2	4時間~10日
中塗(1)	弱溶剤形ふっ素樹脂塗料中塗	140g/m2	16時間~10日
上塗(1)	弱溶剤形ふっ素樹脂塗料上塗	120g/m2	16時間~10日

ひび割れ注入工詳細図 (ひび割れ注入)

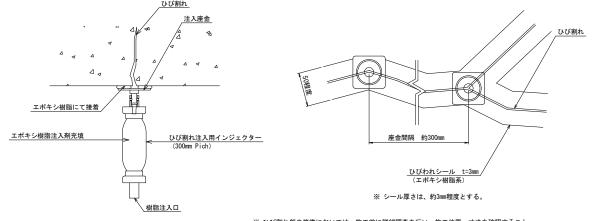

※ ひび割れ部の修復においては、施工前に詳細調査を行い、施工位置・寸法を確認すること。 施工位置・寸法が現状と不適合と判断される場合においては、別途監督員と協議をすること。

断面修復工 S=Free

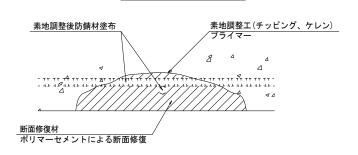


エ 種	規 格	数 量	1.0m3当り使用量
素地調整工	チッピング、ケレン	1.160 m2	
プライマー		1.160 m2	
断面修復工	ポリマーセメントモルタル	0.061 m3	1.18m3(ロス 1.18)

(注記)

- 1. 断面修復の範囲は、施工前に劣化状況を確認の上決定する事。
- 2. 新たな劣化部が確認された場合は、監督員と協議を行う事。
- 3. 脆弱部は全て撤去する事。
- 4. はつり等に際して、既設鉄筋を損傷しないよう入念に作業を行う事。

垂直補剛材 取り付け詳細図

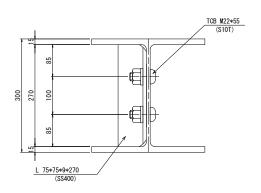


垂直補剛材	数量表			1.0式当り
名 称	規格	単位	数量	摘要
ガス切断		m	1.00	
等辺山形鋼	75*75*9*270	kg	10.76	参考重量 W=9.96kg/m
トルシア型高力ポルト	M22*55	本	8. 00	


凡例	
→→	ひび割れ
0	遊離石灰・さび汁
0	浮き・剥離・剥落・欠損
0	漏水
	鉄筋露出
	豆板·空洞
	その他
↔	舗装ひび割れ

北台侗						
※この図面はA1サイズを原寸とする。						
工事名	令和2年度 南橋維補第1号 蛇谷橋ほか2橋橋梁長寿命化修繕(上部工)工事					
施工箇所名	津市 美杉町八知ほか2町 地内					
図面の種類	橋梁補修詳細図					
縮尺	図示	図面番号	2/11			
事業所名	津市建設部 津藤	有工事事務所				

仮設図(参考図) ^{蛇谷橋}

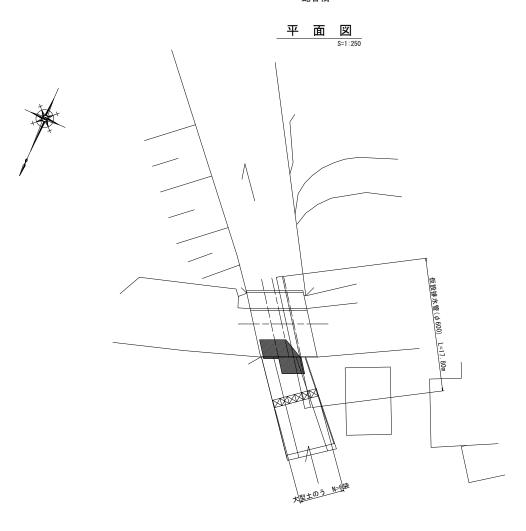


上流側断面図 s=1:50

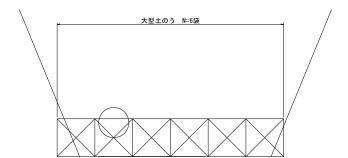


蛇谷橋					
※この図面	tA1サイズを原寸とする。				
工事名	令和2年度 南橋維補第1号 蛇谷橋ほか2橋橋梁長寿命化修繕(上部工)工事				
施工箇所名	津市 美杉町八知ほか2町 地内				
図面の種類	仮設図 (参考図)				
縮尺	図 示 図面番号 3/11				
事業所名	津市建設部 津南工事事務所				

足場(参考図)

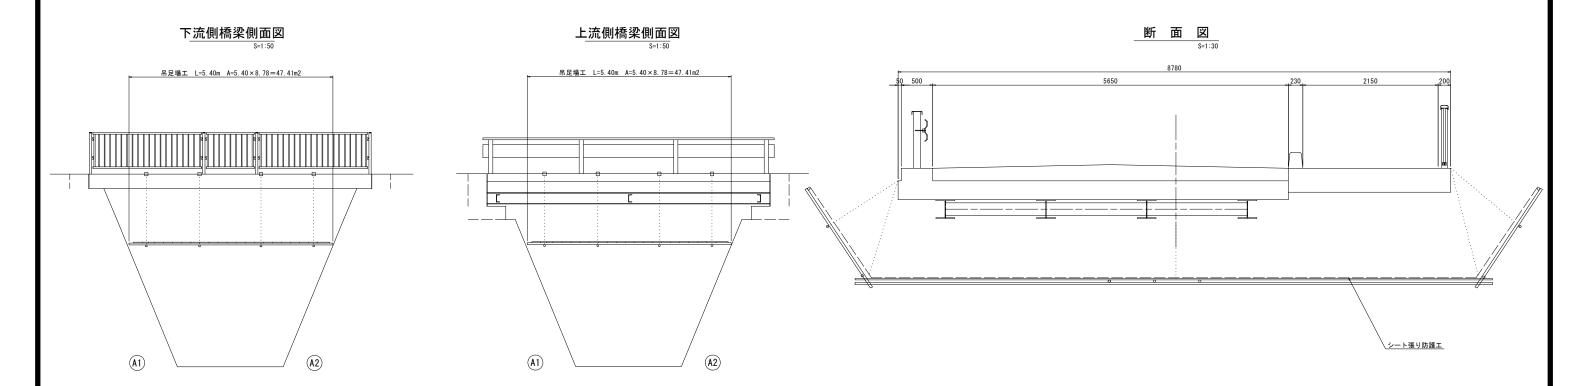



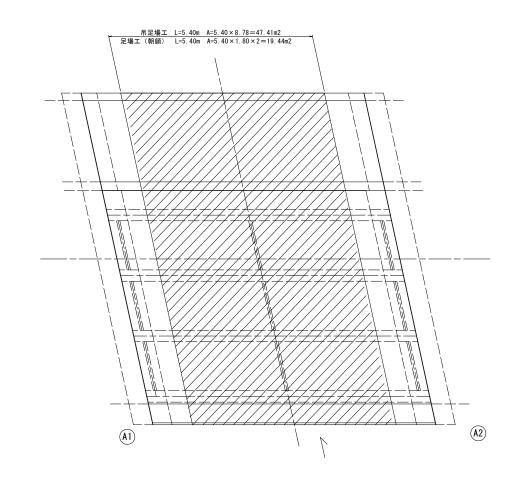


蛇谷橋 ※この図面はA1サイズを原寸とする。 令和2年度 南橋維補第15


工具	名			維補第1号 梁長寿命化修	繕(上部工)工事
施工包	所名	3 津市 美杉町八知ほか2町 地内			
図面の	図面の種類 足場(参考図)				
縮	尺	図	示	図面番号	4/11
車業	車業所名		野部 津		

橋梁補修一般図 ^{白猪谷橋}




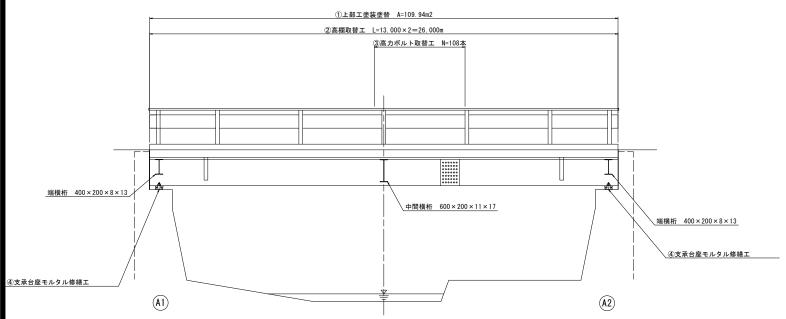

断面図 S=1:30

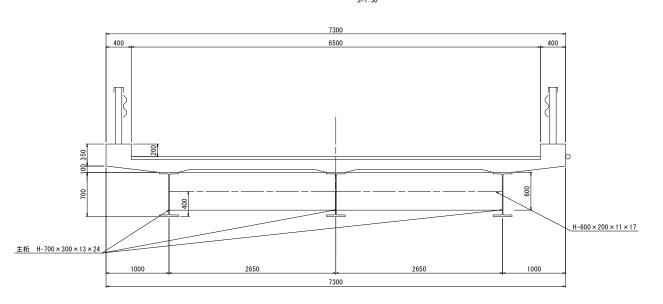

平面図 S=1:50

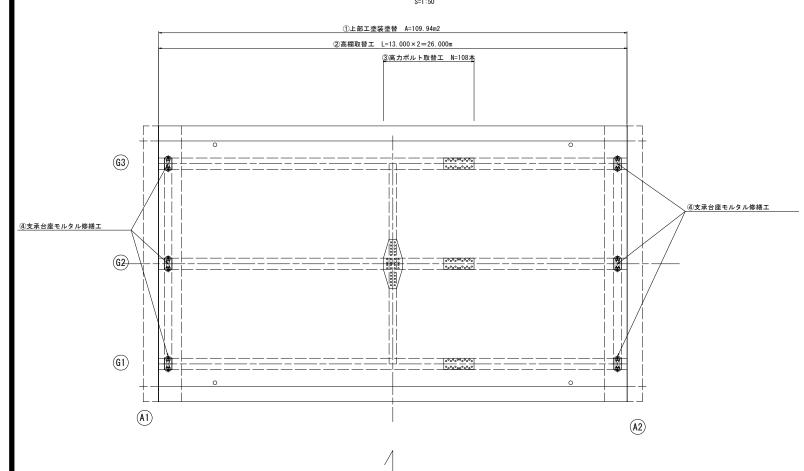

① 上部工塗装塗替 A=109.94m2

- ② 高欄取替工 L=26.00m
- ③ 高力ボルト取替工 N=108本
- ④ 支承台座モルタル修繕工 N=6.0基

白猪谷橋						
※この図面	はA1サイズを原寸とする。					
工事名	令和2年度 南橋維補第1号 蛇谷橋ほか2橋橋梁長寿命化修繕(上部工)工事					
施工箇所名 津市 美杉町八知ほか2町 地内						
図面の種類	橋梁補修一般図					
縮尺	図 示 図面番号 5/11					
事業所名	津市建設部 津南工事事務所					

橋梁補修詳細図

白猪谷橋


上部工塗装塗替え工

塗 装 仕 様

アースコート同等品以上

/ / - 1	同立即公工		
塗装工程	塗料名	使用量(g/m2)	塗装間隔
塗膜除去	塗膜剥離剤	1回目 1.00kg/m2 2回目 0.50kg/m2	
素地調整(1)	3種 (B)		4時間以内
下塗(1)	脱脂剤兼用防錆被膜処理剤	40g/m2	1日以内
下塗(3)	変性エポキシ樹脂系特殊塗料下塗	100g/m2	
下塗(3)	変性エポキシ樹脂系特殊塗料下塗	100g/m2	4時間~10日
中塗(1)	弱溶剤形ふっ素樹脂塗料中塗	140g/m2	16時間~10日
上塗(1)	弱溶剤形ふっ素樹脂塗料上塗	120g/m2	16時間~10日


高欄取替工詳細図

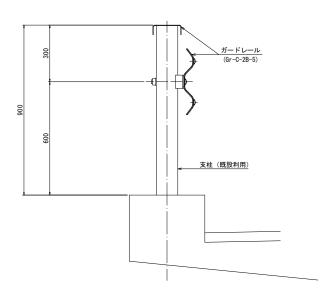

格単位数 ガードレール Gr-C-2B-5 白色


台座モルタル修繕工

台座モルタル撤去工

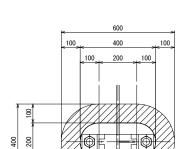

無収縮モルタル


台座モルタル復旧工

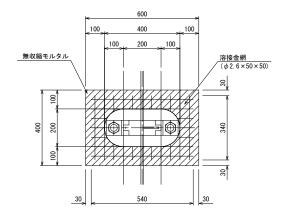

白猪谷橋							
※この図面はA1サイズを原寸とする。							
工事	名	令和2年度 南橋維補第1号 蛇谷橋ほか2橋橋梁長寿命化修繕(上部工)工事					
施工箇	听名	津市 美杉町八知ほか2町 地内					
図面の	種類	橋梁神	甫修詳紙	図			
縮	尺	図	示		図面番号	6/11	
事業所名		津市	建設部	津西	有工事事務所		


高カボルト取替工詳細図

白猪谷橋

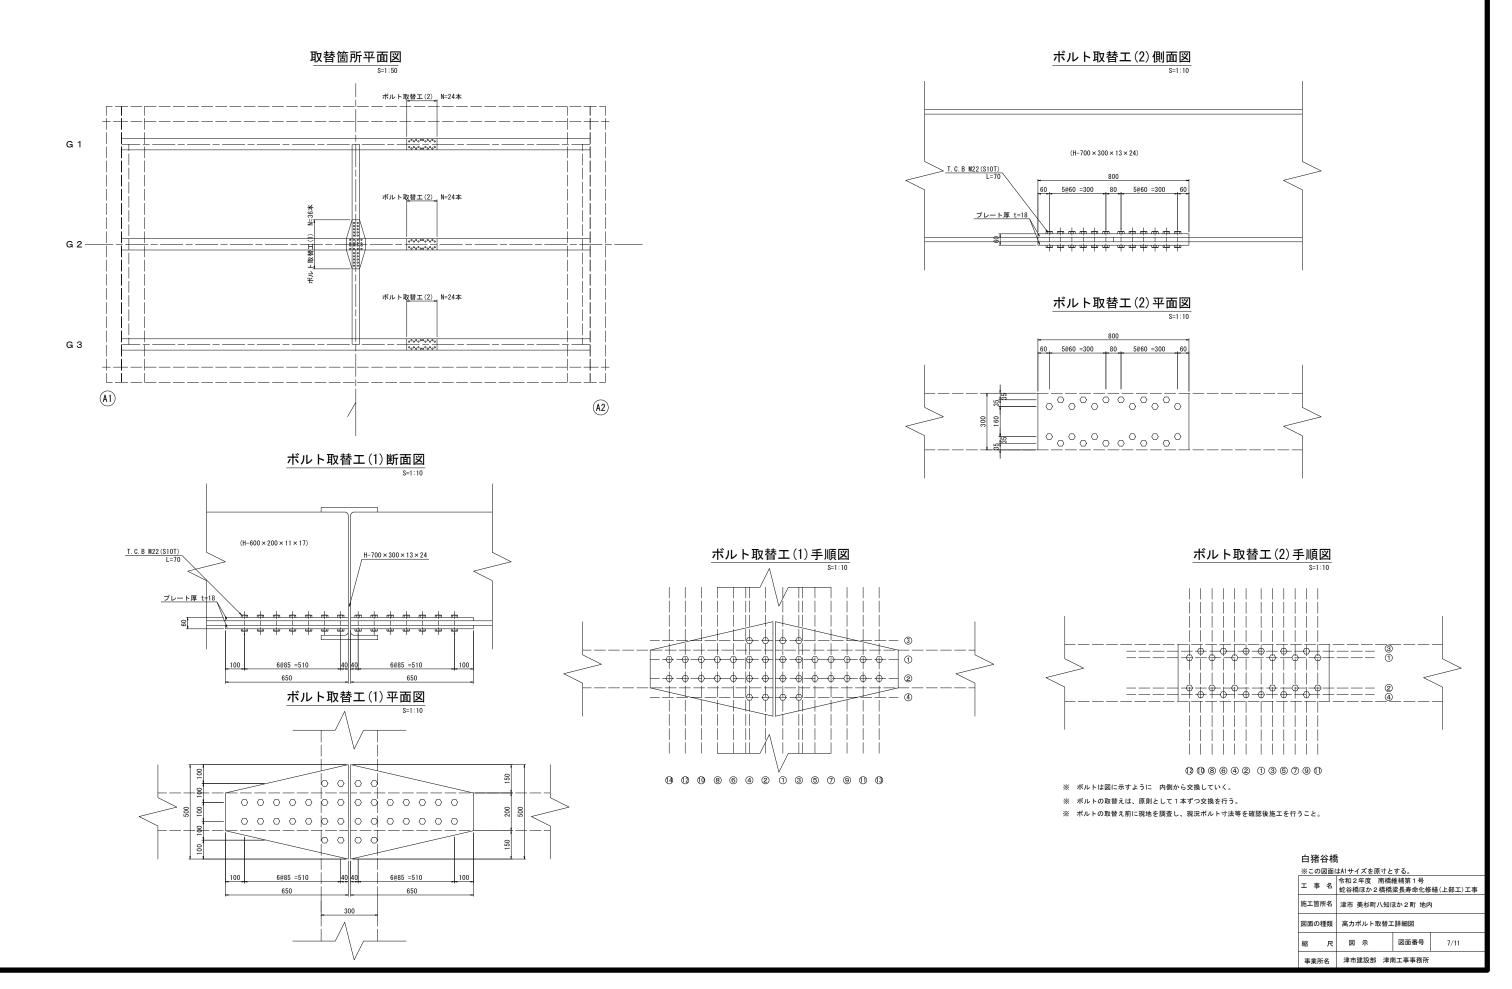


足場(参考図)


<u>側面図</u> S=1:50

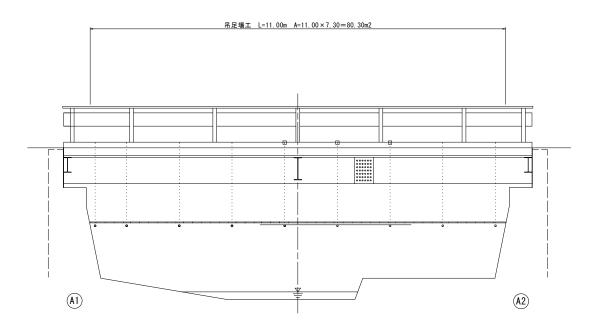

<u>断面図</u> S=1:30

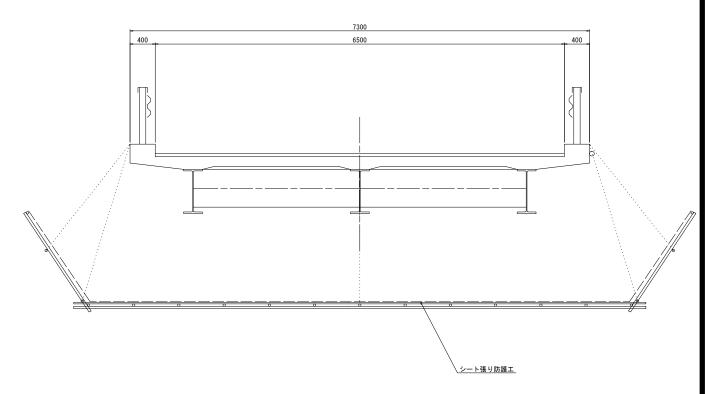

平面図 S=1:50

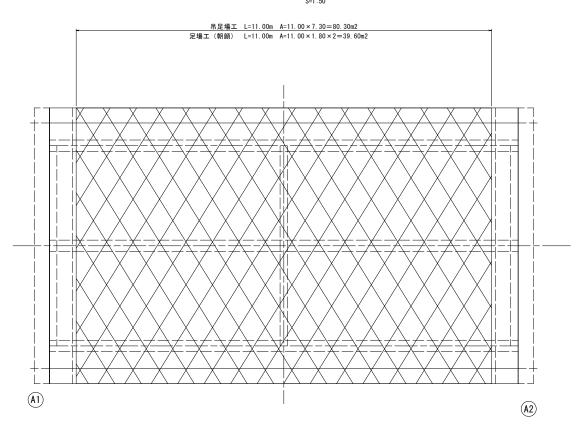


白猪	白猪谷橋						
% ⊏∅	図面	はA1サイ	イズを原	付と	する。		
工事	名				維補第1号 梁長寿命化修	繕(上部工)工事	
施工箇	所名	津市	美杉町/	い知り	まか2町 地内	1	
図面の	種類	足場	(参考区	1)			
縮	尺	図	示		図面番号	8/11	
事業所	听名	津市	建設部	津西	有工事事務所		


橋梁補修一般図

5022-1号橋


<u>側面図</u> S=1:50

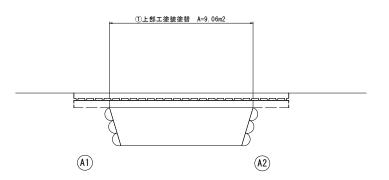

<u>断面図</u> S=1:30

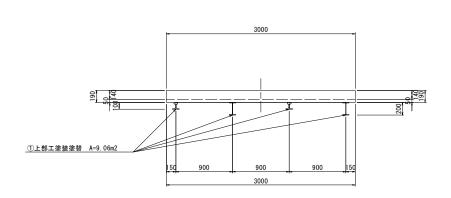

平面図 S=1:50

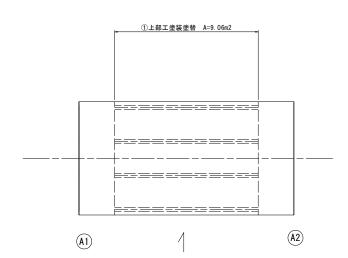

① 上部工塗装塗替 A=9.06m2

5022-1号橋						
※この図面	tA1サイズを原寸とする。					
工事名	令和2年度 南橋維補第1号 蛇谷橋ほか2橋橋梁長寿命化修繕(上部工)工事					
施工箇所名	津市 美杉町八知ほか2町 地内					
図面の種類	橋梁補修一般図					
縮尺	図 示 図面番号 9/11					
事業所名	津市建設部 津南工事事務所					

橋梁補修工詳細図

5022-1号橋

析 下面 S=1:50

塗装塗替え工


塗 装 仕 様

上部工

アースコート同等品以上

塗料名	使用量(g/m2)	塗装間隔
塗膜剥離剤	1回目 1.00kg/m2 2回目 0.50kg/m2	
3種 (B)		4時間以内
脱脂剤兼用防錆被膜処理剤	40g/m2	1日以内
変性エポキシ樹脂系特殊塗料下塗	100g/m2	
変性エポキシ樹脂系特殊塗料下塗	100g/m2	4時間~10日
弱溶剤形ふっ素樹脂塗料中塗	140g/m2	16時間~10日
弱溶剤形ふっ素樹脂塗料上塗	120g/m2	16時間~10日
	塗膜剥離剤 3種(B) 脱脂剤兼用防錆被膜処理剤 変性エポキシ樹脂系特殊塗料下塗 変性エポキシ樹脂系特殊塗料下塗 弱溶剤形ふっ素樹脂塗料中塗	金膜刺離剤 1回目 1.00kg/m2 2回目 0.50kg/m2 2回目 0.50kg/m2 3種(B)

G 1 G 2 G 3 G 4 A1) A2

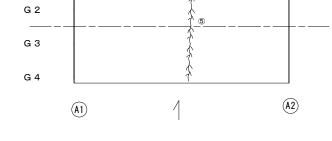



損傷状況及び形状寸法

DC 130 DC 100 DC 1722									
径間位置	箇所番号	主桁番号 下部工番号	箇所位置	幅 (mm)	長さ (mm)	厚さ (mm)	箇所数	損傷の種類	補修処理工法
A1-A2	1	G 1 主桁	主桁全面	480	3800	-	1	腐食	塗装塗り替え工
	2	G 2 主桁	主桁全面	675	3800	-	1	腐食	塗装塗り替え工
	3	G3主桁	主桁全面	480	3800	-	1	腐食	塗装塗り替え工
	4	G4主桁	主桁全面	675	3800	-	1	腐食	塗装塗り替え工
	(5)	_	路 面	1	3000	_	1	ひび割れ	ひび割れ充填工

ひび割れ充填工



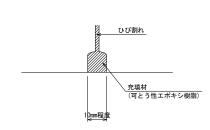

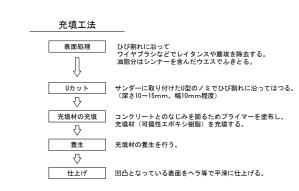


凡例	
→→	ひび割れ
0	遊離石灰・さび汁
0	浮き・剥離・剥落・欠損
0	漏水
	鉄筋露出
•	豆板·空洞
0	その他
↔	舗装ひび割れ

5022-1号橋


3022 1 分 作同						
※この図面はA1サイズを原寸とする。						
工事名	令和2年度 南橋維補第1号					
	蛇谷橋ほか 2 橋橋梁長寿命化修繕(上部工)工事					
施工箇所名	津市 美杉町八知ほか2町 地内					
図面の種類	橋梁補修工詳細図					
縮尺	図 示 図面番号 10/11					
事業所名	津市建設部 津南工事事務所					

足場(参考図) 5022-1号橋




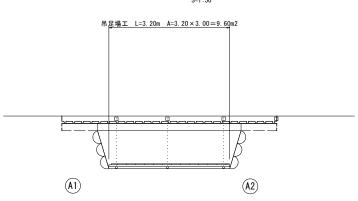

平面図 S=1:50

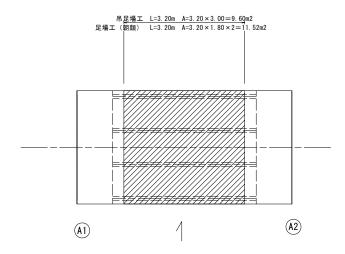

<u>断面図</u> S=1:30

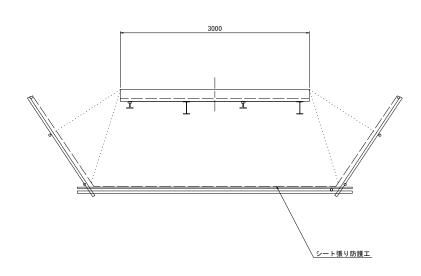

5022-1号橋						
※この図面はA1サイズを原寸とする。						
工事名	令和2年度 南橋維補第1号 蛇谷橋ほか2橋橋梁長寿命化修繕(上部工)工事					
施工箇所名	津市 美杉町八知ほか2町 地内					
図面の種類	足場(参考図)					
縮尺	図 示 図面番号 11/11					
事業所名	津市建設部 津南工事事務所					

※ 出水が予想される場合には足場工は撤去すること。 足場工形状は現場状況に応じ適宜変更すること。