旧新町保育園解体工事

大森建築設計事務所

	図 面 リ ス ト								
図面番号	図 面 名 称	図面番号	図 面 名 称	図面番号	図 面 名 称				
A-01	解体特記仕樣書一1	A-15	展開図	E-01	1階平面図・照明記分開散去図				
A-02	解体特記仕樣書一2	A-16	厨房機器散去図	E02	1階平面図・電灯動力自動火災報知設備撤去図				
A-03	仕上表	A-17	造園撤去図						
A-04	附近見取図・配置図・造成計画図	A-18	外構図						
A-05	1階平面図	A-19	倉庫(1)・倉庫(2)・倉庫(3)駐輪場 撤去図						
A-06	R階平面図· 天井伏図	A-20	工作物撤去図(1)						
A-07	床伏図	A-21	工作物撤去図(2)	M-01	1階平面図・給排水設備散去図				
A-08	立面図	A-22	基礎代図・梁伏図	M-02	1階平面図・空調設備散去図				
A-09	断面図	A-23	基礎業四図						
A-10	短闿	A-24	軸組図						
A-11	建具キープラン	A-25	総合仮設計画図						
A-12	建具表一1								
A-13	建具表-2								
A-14	建具表-3								

解体工事特記仕様書

- I. 工事名 旧新町保育園解体工事
- Ⅱ.工事概要
- 1 工事場所 津市 桜田町 地内
- 2 工事内容 棟名称 旧新町保育園(本棟)、倉庫1、倉庫2、倉庫3

構造 鉄筋コンクリート造平家建 、木造平家建、木造平家建、コンクリートブロック造平家建

延べ面積 549㎡ +17.4㎡(倉庫1)+10.2㎡(倉庫2)+3.3㎡(倉庫3)

工事項目 解体工事一式(設備撤去含む)

Ⅲ. 解体工事仕様

1 共通仕様

図面及び特記仕様書に記載されていない事項は、建築物解体工事共通仕様書(国土交通省大臣官房官庁営繕 部監修、平成31年版)による。

- 2 特記仕様
 - 1) 項目は、番号に〇印の付いたものを適用する。
- 2) 特記事項は、〇の付いたものを適用する。
- 3) 項目欄に記載の() 内表示番号は解共仕の該当項目等を示す。

章	項目	特記事項							
1 一般共通事項	 適用基準 発生材の処理等 (1.3.10) (4.4.1) (5.4.1) 	本特記事項に個別に記載の適用基準に加え、以下の基準等を適用する。 ・国土交通省大臣官房官庁営繕部監修「公共建築工事標準仕様書」(平成31年版) ・国土交通省大臣官房官庁営繕部監修「公共建築改修工事標準仕様書」(平成31年版) ・国土交通省大臣官房官庁営繕部監修「建築物解体工事共通仕様書・同解説」(最新版) ・国土交通省大臣官房官庁営繕部監修「建築工事標準詳細図」(平成28年版) ・建設工事に係る資材の再資源化等に関する法律 ・その他関係法令 ・ 本工事は、特定建設資材を用いた建築物等に係る解体工事等であって、その規模が、建設リサイクル法施行令で定める建設工事の規模に関する基準以上の工事であるため、建設リサイクル法に基づき分別解体等及び特定建設資材の再資源化等の実施について適正な措置を講ずることとする。							
	, ,	工事契約後に明ら	工事契約後に明らかになったやむをえない事情により、予定した条件により難い場合は、監督員と協議するものとする。						
		プ別解体等の方法 工程	作業の有無	分別解体等の方法					
		建築設備・ 内装材等	· 有 · 無	・手作業 ・手作業、機械作業の併用					
		屋根ふき材	· 有 · 無	・手作業 ・手作業、機械作業の併用					
		外装材 · 上部構造部分	· 有 · 無	・手作業 ・手作業、機械作業の併用					
		基礎・基礎ぐい	· 有 · 無	・手作業 ・手作業、機械作業の併用					
		その他 ()	・有・無	・手作業 ・手作業、機械作業の併用					
		引き渡しを要するもの 特別管理産業廃棄物 木材の縮減	 無 ・ 金属類 有 (アスペスト含有建材) 処理方法 (実施する 	• PCB含有物 ・ (タイヤ))					
		・ 実施する							

引渡しを要するもの以外のものは、全て構外に搬出し、建設工事に係る資源の再資源 化等に関する法律、資源の有効な利用の促進に関する法律、廃棄物の処理及び清掃に関 する法律、その他関係法令によるほか、「建設副産物適正処理推進要綱」に従い適切に 処理し、監督員にマニフェストA、B2、D票を提示すること。 (3)建設副産物情報 受注者は、工事着手前及び工事完了後に「再生資源利用計画書(実施書)」、「再 交換システム 生資源利用促進計画書(実施書)」を監督員に提出することとし、工事着手前にJACIC が運営する「建設副産物情報交換システム」へのデータ入力、工事完了時にはシステ の利用 ムへ実績報告を行うこと。 (4) 三重県 本工事には産業廃棄物税相当分が計上されていないため、受注者が課税対象となった 産業廃棄物税 場合には、完成年度の翌年度の4月1日から8月31日までの間に、別に定める様式に産 業廃棄物税納付証明書を添付して、当該工事の発注者に対して、支払請求を行うことが できる。 なお、この期間を超えて請求することはできない。 また、産業廃棄物処理集計表(マニフェストの数量の集計)を超えて請求することは できない。 (5) 工事実績情報の (・) 適用する(請負金額が500万円以上の場合) 受注時、変更時及び完了時にあらかじめ監督職員の確認を受け、登録手続きを行 い、工事カルテの受領書を、監督員に提出すること。 (1.1.4) 6 電気保安技術者 配置する (1.3.3) 職種別に可能なものについては積極的に活用のこと 7 技能士 (8) 疑義 設計図書に明記のない場合、または、疑義が生じた場合は、監督員と協議し、その指 示を受けてから施工すること。 (9) 施工条件 (・) 監督員と協議し決定する。 施工可能日 ・ 指定なし ・ 一部に土、日曜日、祝祭日施工あり 施工可能時間帯 ・ 指定なし ・ 時 ~ 時 部位別の施工順序 ・ 指定なし ・() 工事車両の駐車場・ 指定なし・ 図示(図面番号: 資機材置場・ 指定なし・ 図示(図面番号: (10) 官公庁手続 工事に必要な手続きは受注者が速やかに処理し、この手続きに関する諸費用は受注者 負担とする。 |(11) 騒音・振動の防止| 重機は「低騒音型・低振動型建設機械の指定に関する規定」に基づき指定された 建設機械の使用に努めること。 (12) 危険災害の防止 1) 工事期間中、現場内入場者、近隣居住者および周辺建物に危害を与えぬよう注意す ること。万一、紛争が生じた場合は、受注者が誠意をもって解決すること。 なお、近隣等との折衝は、あらかじめその概要を監督員に報告し、その経過につい ては記録し、遅滞なく監督員に報告する。 2) 重機搬出入時、発生材搬出時、仮設材搬出入時には、交通整理のための誘導員を配 置すること。 (13) 工事進入路 重機搬出入、産業廃棄物搬出経路については事前に施工計画書を提出し、監督員の承 認を得ること。また、工事現場から搬出入する土砂により工事用進入路を汚した場合は、 速やかに清掃を行うこと。 (14) 工事写真 1) 着工前 : 解体建物・敷地周辺・付近道路・工作物の撮影を行うこと。 2) 工事中 : 営繕工事写真撮影要領 (国土交通省大臣官房官庁営繕部監修 (平成31年 版))に従い撮影するほか、監督員との協議による。 なお、デジタル工事写真の小黒板情報電子化を行う場合は、「デジタル工事写真の 小黒板情報電子化について(平成29年3月1日付け国営整第211号」による。 (15) 完成写真 デジタルカメラで撮影し、全てL版相当サイズで印刷する。 (A4版用紙に1ページあたり3枚) 1部 写真は着工前・施工中・完成を同一場所から黒板なしで撮影すること。 (16) 事故の発生時 工事施工中に事故が発生した場合には、直ちに監督員に通報するとともに、所定の様 式により、工事事故報告書を監督員が指示する期日までに、提出すること。 また、事故発生後の措置について監督員と協議を行うとともに、当該事故に係る状況 聴取、調査、検証等に協力すること。

17)提出書類	施工計画書、仮設計画書、工事写真、工事日報、その他市監督員の指示するものとする。
18) 産業廃棄物	施工計画書には、工事現場から産業廃棄物処理場までの運搬経路、産業廃棄物処理契約書の写し、産業廃棄物収集運搬業者及び産業廃棄物処理業者許可書の写し、その他監督員の指示するものを添付すること。
19 不正軽油の使用の禁止	 1) 一般事項 市工事の施工にあたり、工事現場で使用し、又は使用させる車両(資機材等の搬出 入車両を含む。)並びに建設機械等の燃料として、不正軽油(地方税法第144条の32(製造等の承認を受ける義務等)の規定に違反する燃料をいう。)を使用してはならない。 2) 調査の協力 受注者は、市が使用燃料の採油調査を行う場合には、その調査に協力しなければならない。また、受注者は下請負者等に同調査に協力するよう管理及び監督しなければならない。 3) 是正措置 受注者は、不正軽油の使用が判明した場合は、速やかに是正措置を講じなければならない。また、受注者は、下請負者等に不正軽油の使用が判明した場合は、速やかに是正措置を講じるよう管理及び監督しなければならない。
②0 地下残存物の確認	中間検査又は完成検査において、地下残存物の確認を受けること。 確認時期は、監督員と協議し決定する。
(21) その他	・作業着手までの調査は、事前に施設管理者及び、市監督員と協議するものとする。 ・教地内、周辺での作業・通行等は周辺住民の安全確保に十分配慮すること。 ・安全対策のため、作業終了時及び休工時は出入口を施錠すること。 ・作業着手前には、現況把握のために、破損箇所等があれば、市監督員の立合いのもと写真等に記録しておくこと。 ・工事期間中、工事に起因し、既存施設に破損等を与えた場合は、受注者の責任において速やかに原形復旧するとともに市監督員に報告書を提出すること。 ・設計書に明記がなくとも、機能上及び構造上当然必要と認められるもの、並びに、取合いのはつり補修復旧は本工事に含む。なお、内訳書の数量は参考とし、当図面を優先する。 ・工事用車及び工事関係車両は、周辺道路に駐車しないこと。 ・緊急且つ必要な場合において、市監督員以外(施設管理者等)が直接受注者に指示することがある。その場合は当該指示に従うこと。 ・廃林、廃土等の搬出にあたっては、周辺道路を汚さないこととし、当然のことながら無理な積込みは行わないこと。 ・工事事事等の出廉時は、タイや清掃等を行うなど、工事敷地からの土砂の流出抑制に心掛けること。 ・突煙は限られた場所のみとし、現場内は禁煙とする。 ・建物付属物については特記なき限り記載の有無に関わらず強大処分とする。 ・構品・生活用品等については特記なき限り記載の有無に関わらず散去処分とする。 ・構品・生活用品等については特記なき限り記載の有無に関わらず放去処分とする。 ・建設配管については特記なき限り記載の有無に関わらず放去処分とする。 ・建設配管については特記なき限り記載の有無に関わらず撤去処分とする。 ・建設配管については特記なき限り記載の有無に関わらず撤去処分とする。 ・建設配管については特記なき限り記載の有無に関わらず撤去処分とする。 ・建設機械及び重機を設置・使用する際は、予め地盤や地耐力の確認を行い安全に配慮して作業を行うこと。 ・支持地盤が不安定なことが確認された場合は鉄板敷きなどの必要な措置を行い安全に配慮して作業を行うこと。 ・と場域がないように堅固に組み立てること。 ・人職がないように区を固については、市監督員と協議の上、決定すること。※以かな、EBー(NIIー2)、NIIー53A、SB-01共)同等高使用 ・本数地境界から抗散去埋め戻し位置が確認できるよう抗頭位置の測量を行い報告書を提出する事。 ・本工事は住宅地内での解体工事である為、大型プレーカーを用いた解体を禁止とし、解体を行うこと。また土間コンクリート等の撤去においてもコンクリートのの単なを下きまたまにおいてもコンクリートのカッの等で切断したうえ圧砕便での取り壊しを行うこと。 ・2週間程度毎に津市から地域住民に工事予定をお知らせする文書を配布する為、受法者は週間工程表等の作成など他元調整に協力する事。 ・場内が割とにはいてもな文書を配布する為、受法を記録されるい作業は量の限となるように努めること。

行記事項 	 凶囬名称	作成年月日	一級建築士事務所	建築設計事務所	図面番号
		縮尺	三重県津市久居藤ヶ丘町2604-5	事務所登録 三重県知事 第1-259号	A —01
	解体特記仕様書-1		⇔Ⅲ≠筑+ 大 杰 去农	—	(唐図・42)

章	項目	特記事項							
2	1 仮設トイレ	構内既存の施設・・・利用できる・・・利用できない							
仮	② 仮囲い	置 ・ 図示(図面番号: A-25) ・ その他(
設工		仕様 (・) 図示(図面番号: A-25) ・ 成形鋼板H=3000 ・ 成形鋼板H=2000 ・ その他()							
事	3 監督員事務所	設置する。							
	(2. 3. 1)	監督員事務所の規模(単位:m ³) 適用							
		規模 10程度 20程度 35程度 65程度 100程度							
		監督職員事務所の仕上げ							
		部位等 仕上げ 床 合板張り又はビニール床シート張り							
		内壁・天井 合板張り又はせっこうボード張り、合成樹脂エマルション塗り 屋根 溶融亜鉛めっき鋼板又は鉄板張り、調合ペイント塗り							
		備品等の設置							
		種類 机・いす 書棚 黒板・白板 掛時計 温度計							
		数量 組 台 個 個 個							
		種類 長靴 雨合羽 保護帽 懐中電灯 衣類ロッカー							
		数量 足 着 個 個 台							
		受注者加入 種類 消火器 掃除具 電話・FAX インターネット 冷暖房機器							
		数量 個 個 台 台 台							
	④ 工事用水	構内既存の施設 ・ 利用できる(・ 有償 ・ 無償) ・ 利用できない 取出位置 ・図示(図面番号:)							
	⑤ 工事用電力	構内既存の施設 ・ 利用できる(・ 有償 ・ 無償) ・ 利用できない 本工事で新規受電または既設電気回路に接続し、通電した時から、 工事に起因する電力料金は、本工事に含まれる。							
	6 騒音・粉じん等 の対策 (2,2,1)	・ 設ける ・ 防音パネル ・ 防音シート ・ 養生シート 適用範囲、高さ等 図示(図面番号:)・ 設けない							
	7 仮設鉄板敷	・工事用進入路の養生として、鉄板(t=22)を敷き、養生を行うこと。							
	8 山留めの撤去 (2.4.3)	鋼矢板等の抜き後の処理 位置 ・図示(図面番号:)							
	9 散水養生	解体作業時には粉塵等の飛散を防ぐため、散水養生を行うこと。							
	① 足場	設置する足場については、「手すり先行工法等に関するガイドライン(厚生労働省平成21年4月)」により、「働きやすい安心感のある足場に関する基準」に適合する手すり、中さん及び幅木の機能を有する足場とし、足場の組み立て、解体又は変更の作業は、「手すり先行工法による足場の組立て等に関する基準」の2の(2)手すり据置き方式又は(3)手すり先行専用足場方式により行うこと。							
	(11) 損傷を与えた 場合の対応	解体工事により解体建築物以外の建築物や舗装、桝等に損傷を与えた場合には、監督 員に報告するとともに、受注者の責任において原状復旧を行うこと。							
3	(3.2.1)	汚水、汚物の回収、洗浄、消毒等 ・ 行う ・ 行わない							
解 体 施	② オイルタンク、サービ・スタンク 配管内等(3.2.1)	廃油の回収、洗浄等 ・ 行う ・ 行わない							
エ	③ 杭の撤去(3.9.2)	杭の撤去 ・ 行わない							

		解体方法 ・ 引抜き工法 (・ 振動 ・ ケーシング ・ ()) ・ 破砕 ・ 図示 (図面番号:) 引き抜いた杭の処理 ・ 図示 (図面番号: A-22)
	(3.11.1)	樹木の伐採抜根及び移植
	(5) 地下埋設物及び 埋設配管 (3.12.1)	地下埋設物及び埋設配管の解体
	6 解体撤去後 の整地 (3.13.1)	・砕石 (C-40) にて周辺地盤面まで埋め戻すこと。 ・再生クラッシャラン (RC-40) にて周辺地盤面まで埋め戻すこと。 ・山砂にて周辺地盤面まで埋め戻すこと。 ・図示 (図面番号 A-04)
4	1 産業廃棄物 広域認定制度(4.4.2)	特例による広域的処理 ・ 図示(図面番号:)
建設廃棄物の	2 最終処分 (4.4.3)	最終処分する廃棄物 ・ () 。 。 。 。 。 。 。 。 。 。 。 。 。 。 。 。 。 。
の処理	3 処理に注意を 要する建設廃棄物 (4.5.1)	建設廃棄物の種類 処理方法 ・ C C A 処理木材 ・ (1) アスベスト含有石膏ボード ・ (2) ひ素、カドミウム含有石膏ボード ・ (1) (2) 以外の石膏ボード ・ 埋立処分 ・再資源化
	(4) 水銀使用製品産 業廃棄物	・ 蛍光ランプ ・ HIDランプ ・ () 「水銀廃棄物ガイドライン」(平成29年6月 環境省大臣官房廃棄物・リサイクル対策部)に基づき適切に処理すること。
	5 水銀含有ばいじ ん等	 燃え殻 ・ 鉱さい ・ ばいじん ・ 汚泥 廃酸 ・ 廃アルカリ 「水銀廃棄物ガイドライン」(平成29年6月 環境省大臣官房廃棄物・リサイクル対策部)に基づき適切に処理すること。
5	1 施工計画調査 (5.1.2)	・ 特別管理産業廃棄物の分析調査 調査範囲 図示(図面番号:)
特別管理産業廃棄物	2 PCBを含む機器類 (5.4.1)	・ 微量PCB、PCB含有シーリング材の分析調査 調査範囲 図示(図面番号:)
業廃棄物の処理	3 廃油、廃酸、 廃アルカリの処理 の有無 (5.4.1)	・ 廃油 適用箇所 図示(図面番号:) ・ 廃酸 適用箇所 図示(図面番号:) ・ 廃アルカリ 適用箇所 図示(図面番号:)
	4 ダイオキシン類 (5.4.1)	 サンプリング調査 調査範囲 図示(図面番号:) 解体方法及び処分方法 (・ 図示(図面番号:)
	5 水銀を含む特別 管理産業廃棄物	・ 鉱さい ・ ばいじん ・ 汚泥 ・ 廃酸 ・ 廃アルカリ 「水銀廃棄物ガイドライン」(平成29年6月 環境省太臣官房廃棄物・リサイクル対策 部)に基づき適切に処理すること。
	6 廃水銀等	・ 廃水銀 (特定施設において生じたもの) ・ 廃水銀化合物 ・ 廃水銀 (水銀使用製品が産業廃棄物となったもの等から回収したもの) 「水銀廃棄物ガイドライン」(平成29年6月 環境省大臣官房廃棄物・リサイタル対策 部)に基づき適切に処理すること。
6 石綿含有建材の	① 施工調査 (6.1.3)	石綿含有建材の事前調査 工事着手に先立ち、石綿含有建材の使用について、目視、設計図書及び貸与資料等により書面調査及び現地調査し、監督職員に報告すること。 調査範囲 (・ 設計図書すべて ・ 図示) 貸与資料 (・ 石綿有無の調査報告書 ・) ・ 分析による石綿含有建材の調査 分析対象 7クチ/ライト、アモサイト、アンソフィライト、クリソタイル、クロシドライト、トレモライト

		材料	名定	・JIS A 14 空性分析 JIS A 14	完量分	・JIS A 1481-3
				・JIS A 14		<u>" ・JIS A 1481-4</u> 所数 ()
<u>.</u>				箇所数 () • 箇	所数(
-				箇所数 (所数()
			•	箇所数 () • 箇	所数()
		採取箇所 • 図]示(図面番号)サン	プル数 1箇月	所あたり3サンプル
	(2) 石綿粉じん濃度			示(図面番号:		\DI r + AV = 1 #4
	測定 (6.1.4)	適用 測定名称 測定 1	測定時期 処理作業前	測定場 処理作業		測定箇所数計 点
	(,	・ 測定2 ・ 測定3		処理作業室外(勢 処理作業		計 4 点 計 点
		(・) 測定4	hn TIII / L alle L	放流水分析	fi	検出限界値 1リットル当たり50本以下
			処理作業中			PH5を超え9未満 計 1 点
		(·) 測定 5 (·) 測定 6	処理作業後	処理作業室外(§ 処理作業室外(§		計 4 点 計 4 点
		・ 測定7	(シート養生中) 処理作業後	処理作業:	室内	計点
		・ 測定8	(シート撤去後 1週間以降)	調査対象室外 処理作業室外 (計 点
		測定方法				
		メンブレンフィルタ	直径(mm)	測定 3 25	測定 1,7,8 25	測定 2, 5, 6
		試料の吸引流量(L/n 試料の吸引時間(mir			· 5 · (· 120 · () (-)0 - ()
	 3 石綿含有吹付け材	除去対象範囲・	図示 (図面:	番号·)		
	の除去・処分			[6. 3. 2] • S	図示(図面番号	· :)
	(6. 3. 2)	除去した石綿含有	「吹付材等の飛	散防止措置		
	(6. 3. 3)	固形化除去した石綿含有	· - ·	–		
				グ 処分場) ・ 中	間処理(溶融)	又は無害化処理)
	4 石綿含有保温材等 (6.4.4)	除去対象範囲 ・ 除去した石綿含有				
	(0. 4. 4)			カ 処分場) ・ 中	間処理(溶融)	又は無害化処理)
	(6.5.4)	_		番号:A-3, 5, 19)		
	(0. 5. 4)	処分方法(石綿含 ・) 埋立処分		ートを除く) 処分場) ・・・・・・・・・・・・・・・・・・・・・・・・・・・・・・・・・・・・	間処理(溶融)	又は無害化処理)
		<u> </u>				
	6 石綿含有仕上塗材		$\tilde{}$	面番号:A-3,5,6,8, 面番号:A-3.8)	10, 19, 21)	
		除去工法 除去した石綿含有	O	, ,		
		• 埋立処分) (管理型最終	処分場) ・ 中	間処理(溶融)	又は無害化処理)
	4 * 1 =	ハビヨオ				
)	1 施工計画調査 (7.1.3)	分析調査 ・ 行う	調査範囲 図:	示(図面番号:)	
ŧ		行わない				
ŧ	4+ 74 4- 74-50-50 ++ 44	4+ T4 +>7+ =0.50	女性のほどか			
<u>₹</u>	(2)特殊な建設副産物 (7.3.1)		産物の種類等	適用箇所		及び処分
] E	(,	<u>種類</u> ・フロン		空調機		及び破壊処理)
[])		・ハロン			• ()
Ē					- ()
					- ()
	③フロン類の回収	冷凍機等の撤去に	_ 【伴う冷媒の回 [』]	収方法は公共建築改	修工事標準仕村	議書(機械設備工事編)
	(2. 4. 3)	により、次の書類	[の写しを監督]	員に提出すること。		
		・フロン回収		四番 / 白春 11 11 7 5	24.	
				理票(家電リサイク ニットに集める作業		ン)を行うこと。
				より、冷媒の回収が		
		上記に準じて、冷	は媒の大気中へ(の飛散を防止する措	置を講じること	٤.
	(4) フロン回収	当該工事を施工す	るに当たって	施工時にフロン類の	回収作業を行う	う場合は
	プレーン四枚		0	他工時にプロプ類の 理の適正化に関する	_ ,,,,,,,,,,,,,,,,,,,,,,,,,,,,,,,,,,,,,	2 2 2 1 1 1
		関係法令を遵守し	,、第1種フロ	ン類充填回収登録業	· 者が行うこと。	

特	特記事項	工事名称 旧新町保育園解体工事	図面名称	作成年月日	一級建築土事務所 大森天子主義を言ひ言十二事子多戸斤	5号
				縮尺	三重県津市久居藤ヶ丘町2604-5 事務所登録 三重県知事 第1-259号 🗡 🛕	√—02
			解体特記仕様書-2		管理建築士 大森幸路 一級建築士 大臣登録 143376号 (原語	

外 部 仕 上 表			
屋根	モルタル下地の上、シート防水	テラス	モルタル金コテ押さえ
外 壁	複層塗材E吹付 一部モルタル刷毛引きの上アクリルリシン吹付 玄関廻り 小口タイル貼り	植	竪樋 塩ビ100Φ
軒天	複層塗材E吹付		
外 部 巾 木	モルタル刷毛引き	表 門 扉	道路側:小口タイル貼り 園内側:複層塗材E吹付
		裏 門 扉	小口タイル貼り
		倉 庫 (1)	床:土間コンクリート金鏝押さえ 壁:角波プリント鋼板 t =2.7 硬質塩化ピニル小波 屋根:瓦棒葺カラー鉄板貼り
		倉 庫 (2)	床:ころばし床組みの上ラワンベニヤ貼り 壁:角波カラー鉄板貼り 屋根:カラー鉄板貼り
		倉 庫 (3)	床:土間コンウリート金鏝押さえ 壁:CBt100モルタル塗り仕上げの上複層塗材E吹付 屋根:★小波スレート葺き
		駐輪場	床:土間コンリート金鏝押さえ 屋根:塩ビ波板

	内 部 仕 上 表				
室名	床	巾木 H	壁	天井	天井高さ 備考
遊戯室	寄せ木ベニヤ板	木製 H=150、OP塗り	モルタル仕上げ、EP塗り 一部クロス貼り	PBt=9目透かし貼り VP塗り	2950~4000 掲示板、整理棚、ホワイトボード
保育室(1)、(2)、(3)	寄せ木ベニヤ板	木製 H=150、OP塗り	モルタル仕上げ、EP塗り 一部クロス貼り	PBt=9目透かし貼り VP塗り	2700 揭示板、整理棚、木格子
幼児トイレ(1)、(2)	モルタル金コテ 樹脂系塗床材 3mm程度	モルタル金コテ 樹脂系塗床材 H=100	モルタル下地100角磁 <u>器質タイル貼り</u> 前室部:モルタル刷毛引き部 <u>アクリルリシン吹付</u>	珪酸カルシウム板 t =6目透かし貼り EP塗り	2700 トイレブース、掃除道具入れ シャッター取付
更衣室(倉庫)	モルタル金コテ 長尺塩ビシート 2mm	ソフト巾木 H=60	モルタル金コテPBt=12.5 ビニールクロス貼り	化粧PB t =9.5	2500
下処理室	モルタル金コテ 樹脂系塗床材 3mm程度	モルタル金コテ 樹脂系塗床材 H=100	モルタル下地100角磁器質タイル貼り 建具納部:珪酸カルシウム板 t =8下地100角タイル貼り	珪酸カルシウム板 t =6目透かし貼り EP塗り	2800 物入れ
調理室	モルタル金コテ 樹脂系塗床材 3mm程度	モルタル金コテ 樹脂系塗床材 H=100	モルタル下地100角磁器質タイル貼り	珪酸カルシウム板 t =6目透かし貼り EP塗り	2800
食品庫	モルタル金コテ 樹脂系塗床材 3mm程度	モルタル金コテ 樹脂系塗床材 H=100	モルタル金コテ EP塗り	珪酸カルシウム板 t =6目透かし貼り EP塗り	2700
湯沸室	モルタル金コテ 長尺塩ビシート 2mm	ソフト巾木H=60	化粧ケイカル板 t =6 (RC面はGL工法)	珪酸カルシウム板 t =6目透かし貼り EP塗り	2300 流し台、コンロ台
休息室	畳へりつき 複合 I 種フローリング t = 15 塗装品	ソフト巾木H=60 畳寄せ40×50	モルタル金コテ ビニールクロス貼り	化粧PBt=9.5	2700~2450
女子・男子トイレ	50角磁器質タイル	100角磁器質タイル貼り	モルタル下地100角磁器質タイル貼り LGS面: 珪酸カルシウム板 t =8下地100角タイル貼り	珪酸カルシウム板 t =6目透かし貼り EP塗り	2400
手洗い	複合 I 種フローリング t = 15 塗装品	ソフト巾木H=60	化粧ケイカル板 t =6(RC面はGL工法)	珪酸カルシウム板 t =6目透かし貼り EP塗り	2400 吊棚(W2000×H500×D400)
ローカ・ホール	複合 I 種フローリング t = 15 塗装品	ソフト巾木H=60	PBt=12.5下地ビニールクロス貼り (RC面クロス下ゾラコート吹付跡)	化粧PBt=9.5	2700
玄関	100角磁器質タイル	御影石20 x 160	PBt=12.5下地ビニールクロス貼り (RC面クロス下ゾラコート吹付跡)	化粧PBt=9.5	2850 上り框 御影石 50×160 下駄箱
事務室	複合 I 種フローリング t = 15 塗装品	ソフト巾木H=60	LGS面: PBt=12.5下地ビニールクロス貼り RC面: ビニールクロス貼り	化粧PBt=9.5	2700 予定黒板
乳児室	寄せ木ベニヤ板 畳へりつき	木製 H=150、OP塗り 畳寄せ50×100	モルタル仕上げ、EP塗り 一部クロス貼り	PB t = 9目透かし貼り V P塗り	2700 木格子、整理棚、掃除用具入れ
乾燥室	モルタル金コテ		モルタル金コテ	PB t =9 EP塗り	2500
洗濯室	モザイクタイル		100角磁器質タイルの上 メラミン不燃化粧版 t =3	PBt=9 EP塗り	2500
踏込	寄せ木ベニヤ板 モルタル金コテ		モルタル仕上げ、EP塗り	PBt=9目透かし貼り VP塗り	2700~2850
調乳室	モザイクタイル		100角磁器質タイル	PBt=9 EP塗り	流し台、コンロ台 吊棚(W1160×H500×D400、W1200×H500×D400)
乳児幼トイレ	モザイクタイル		100角磁器質タイル	PBt=9 EP塗り	2500

アスベスト粉じん濃度測定 石綿粉塵濃度測定 (内外部吹付塗材及び塗床材除去時) 測定時期、場所及び測定点 適用 測定名称 測定時期 測定場所 測定点(各施工箇所ごと) 処理作業室内 処理作業室外(敷地境界) 処理作業室内 計 点 計 4 点 計 点 検出限界値 1リットル当たり50本以下 PH5を超え9未満 計 1 点 計 4 点 計 4 点 放流水分析 処理作業中 ① 測定 5 ① 測定 6 処理作業室外 (敷地境界) 測定 6 処理作業後 処理作業室外(敷地境界) 測定 7 処理作業後 処理作業室内 測定 8 (沪・撤去後 調査対象室外部の付近 1週間以降) 計 点 計 点

計 13 点


内外部吹付塗材(複層塗材E吹付、アクリルリシン吹付、ゾラコート吹付) (下地調整塗材にアスベスト含有) ・集塵装置付き超高圧水洗工法(100Mpa以上) ・集塵装置付きディスクグラインダーケレン工法併用 ・各種申請及び届出を行う事

特記事項 凡例	工事名称 旧新町保育園解体工事	図面名称	作成年月日	- 級建築士事務所 大森建	築設計事務所	図面番号
★ : アスベスト含有材を示す (成型板に含有)		仕 上 表	縮尺	三重県津市久居藤ヶ丘町2604-5 管 理 建 築 士 大 森 幸 路	事務所登録 三重県知事 第1-259号 一級建築士 大臣登録 143376号	A —03 (原図: A2)






附近見取図

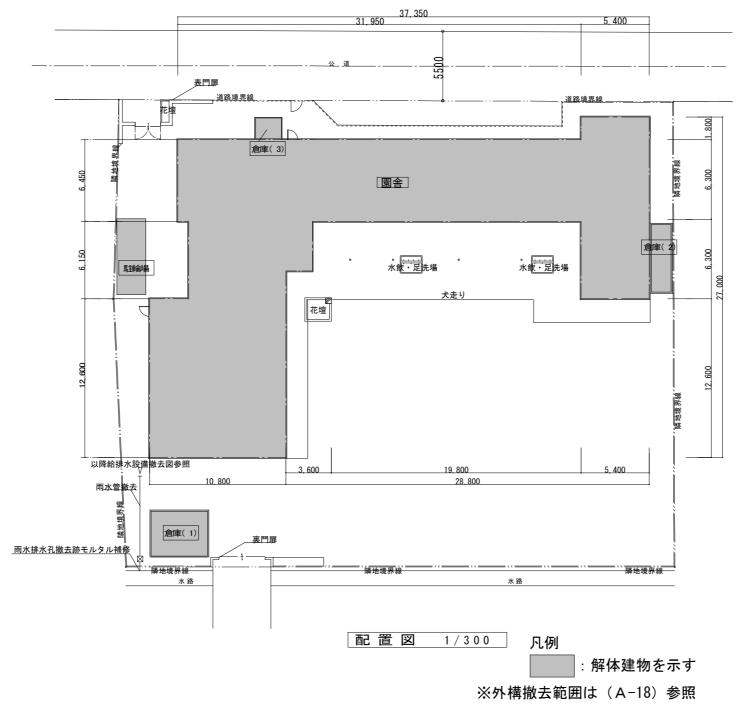




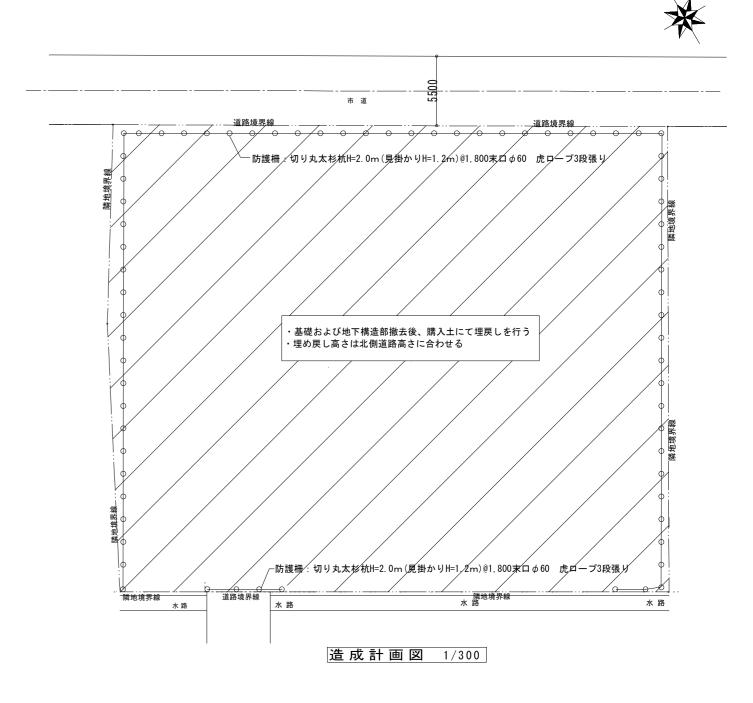


~~工事条件~~

- 本工事は住宅地内での解体工事である為、大型ブレーカーを用いた解体を 禁止とし、圧砕工法を主体とした解体を行うこと。また土間コンクリート 等の撤去においてもコンクリートカッター等で切断したうえ圧砕機での取 り壊しを行うこと。
- ・2週間程度毎に津市から地域住民に工事予定をお知らせする文書を配布する 為、受注者は週間工程表等の作成など地元調整に協力する事。
- 場内小割りは圧砕機にてグランドの中心部で行う事とし、コンクリート殻等小割及びふるい作業は最小限となるように努めること。


特記事項	工事名称 旧 新 町 保 育 園 解 体 工 事	図面名称	作成年月日	- 級建築士事務所 大森	建築設計事務所	図面番号
		附近見取図・配置図・造成計画図	縮尺 1/300	三重県津市久居藤ヶ丘町2604-5 管理建築士 大森幸路	事務所登録 三重県知事 第1-259号 一級建築士 大 臣 登 録 143376号	A —04 (原図: A2)

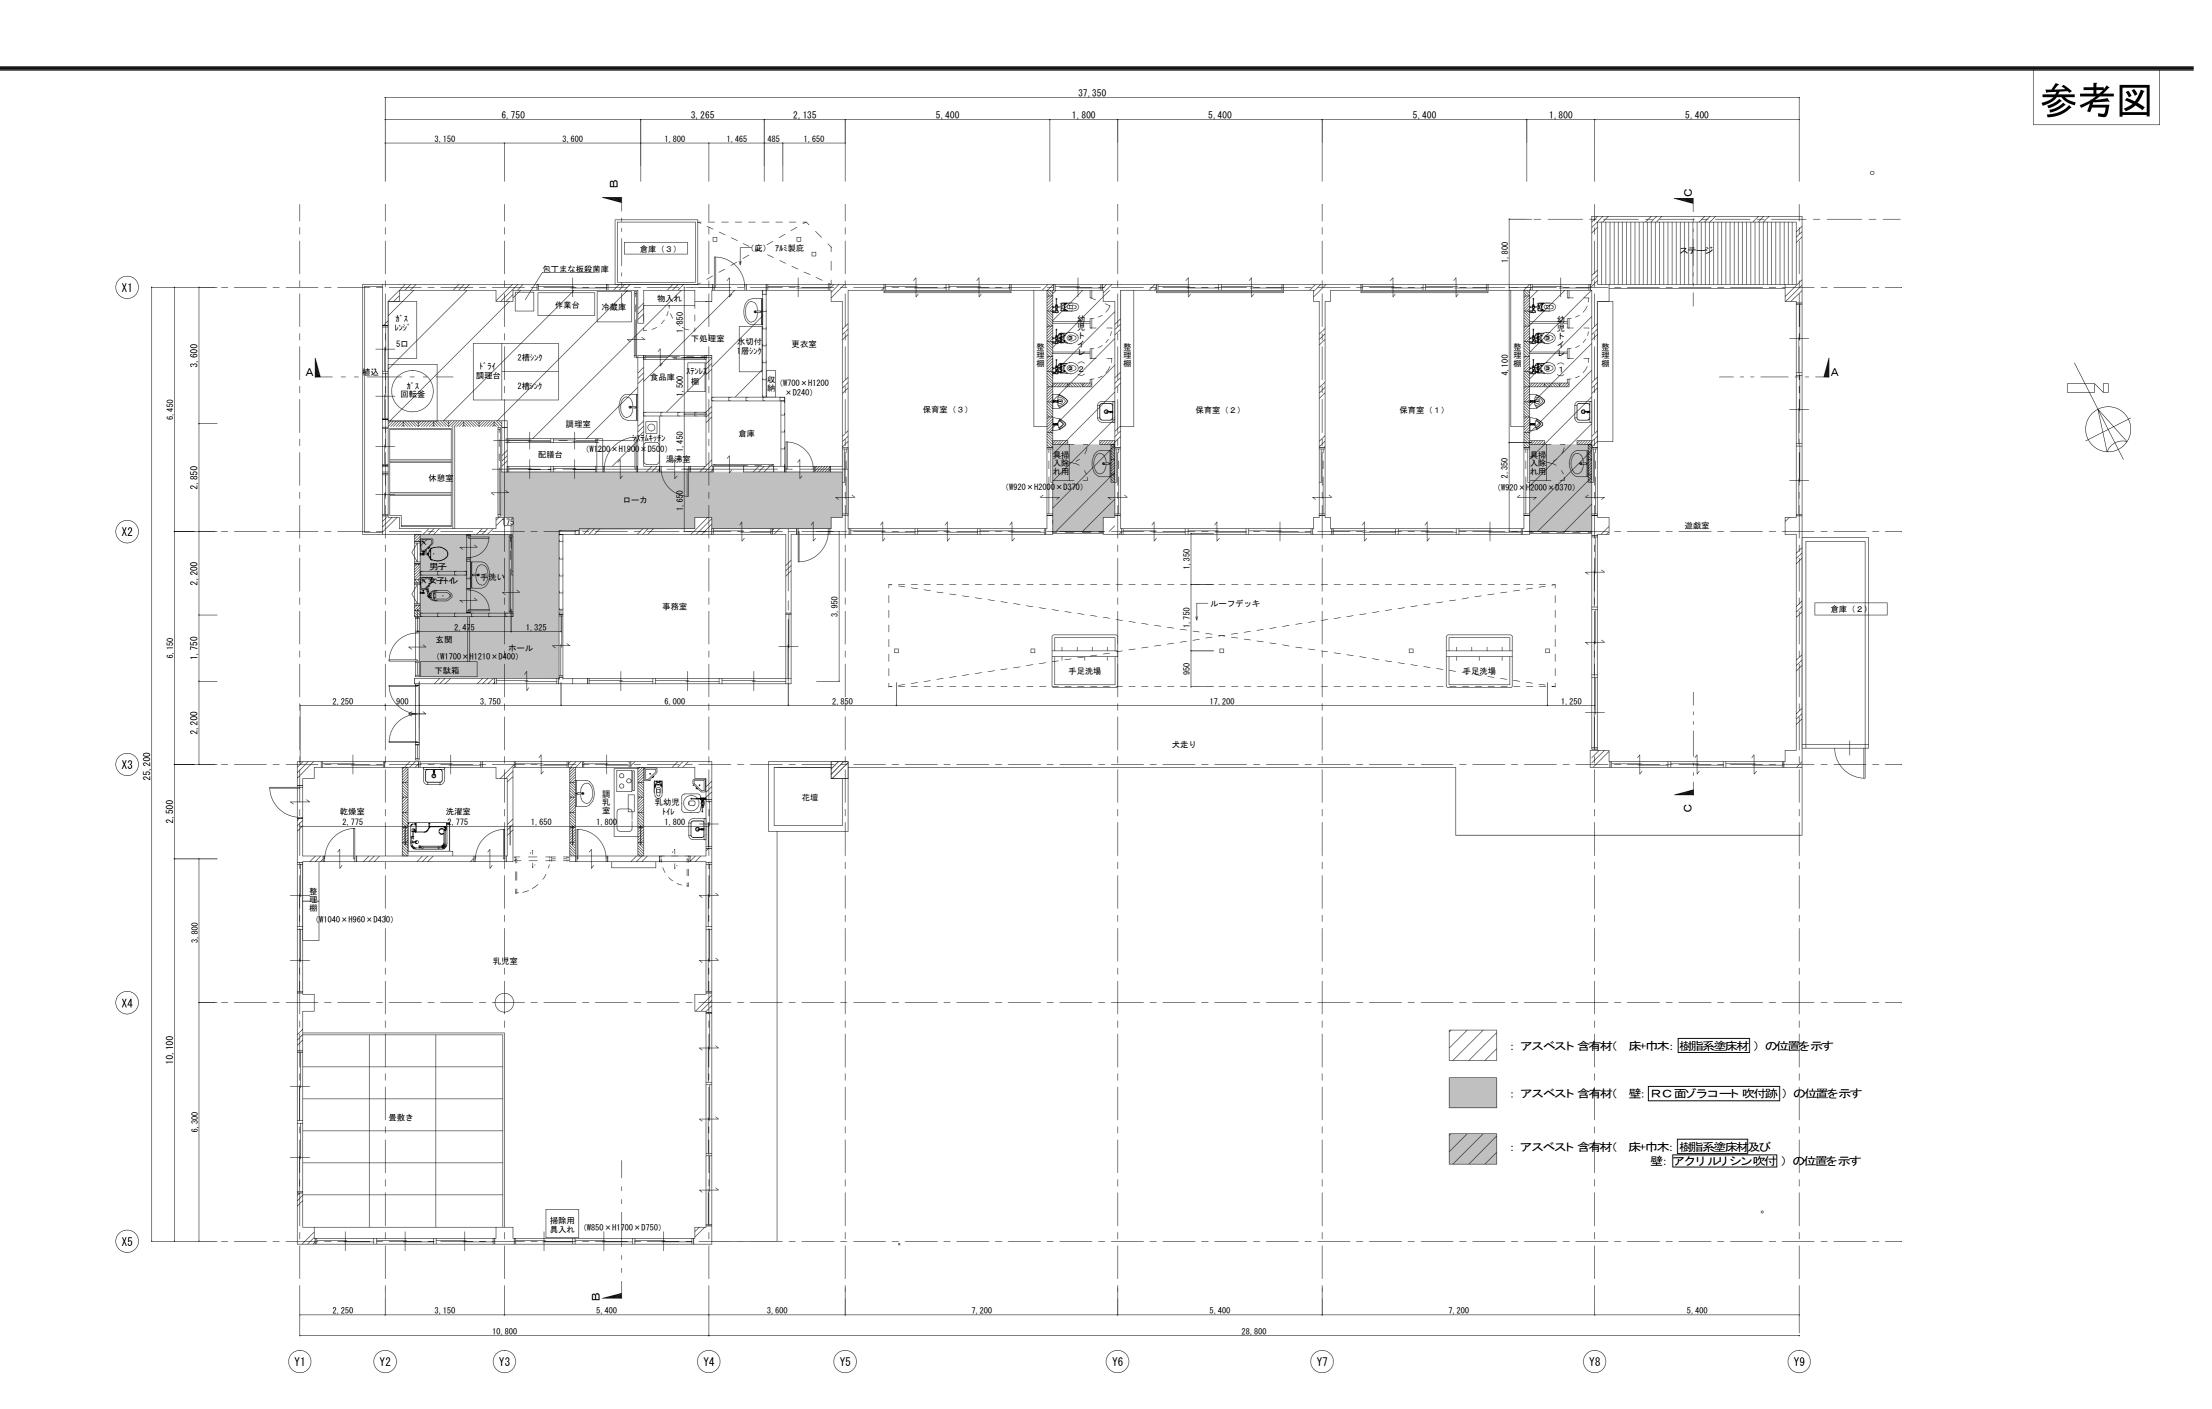


特記事項 凡例	工事名称 旧 新 町 保 育 園 解 体 工 事	図面名称	作成年月日	- 級建築士事務所 大森建築設計事務所	図面番号
★ : アスベスト含有材を示す (成型板に含有) : アスベスト含有材を示す (下地調整塗材に含有)		1階平面図	縮尺 1/100	三重県津市久居藤ヶ丘町2604-5事務所登録三重県知事 第1-259号管理建築士 大森幸路一級建築士 大臣登録 143376号	

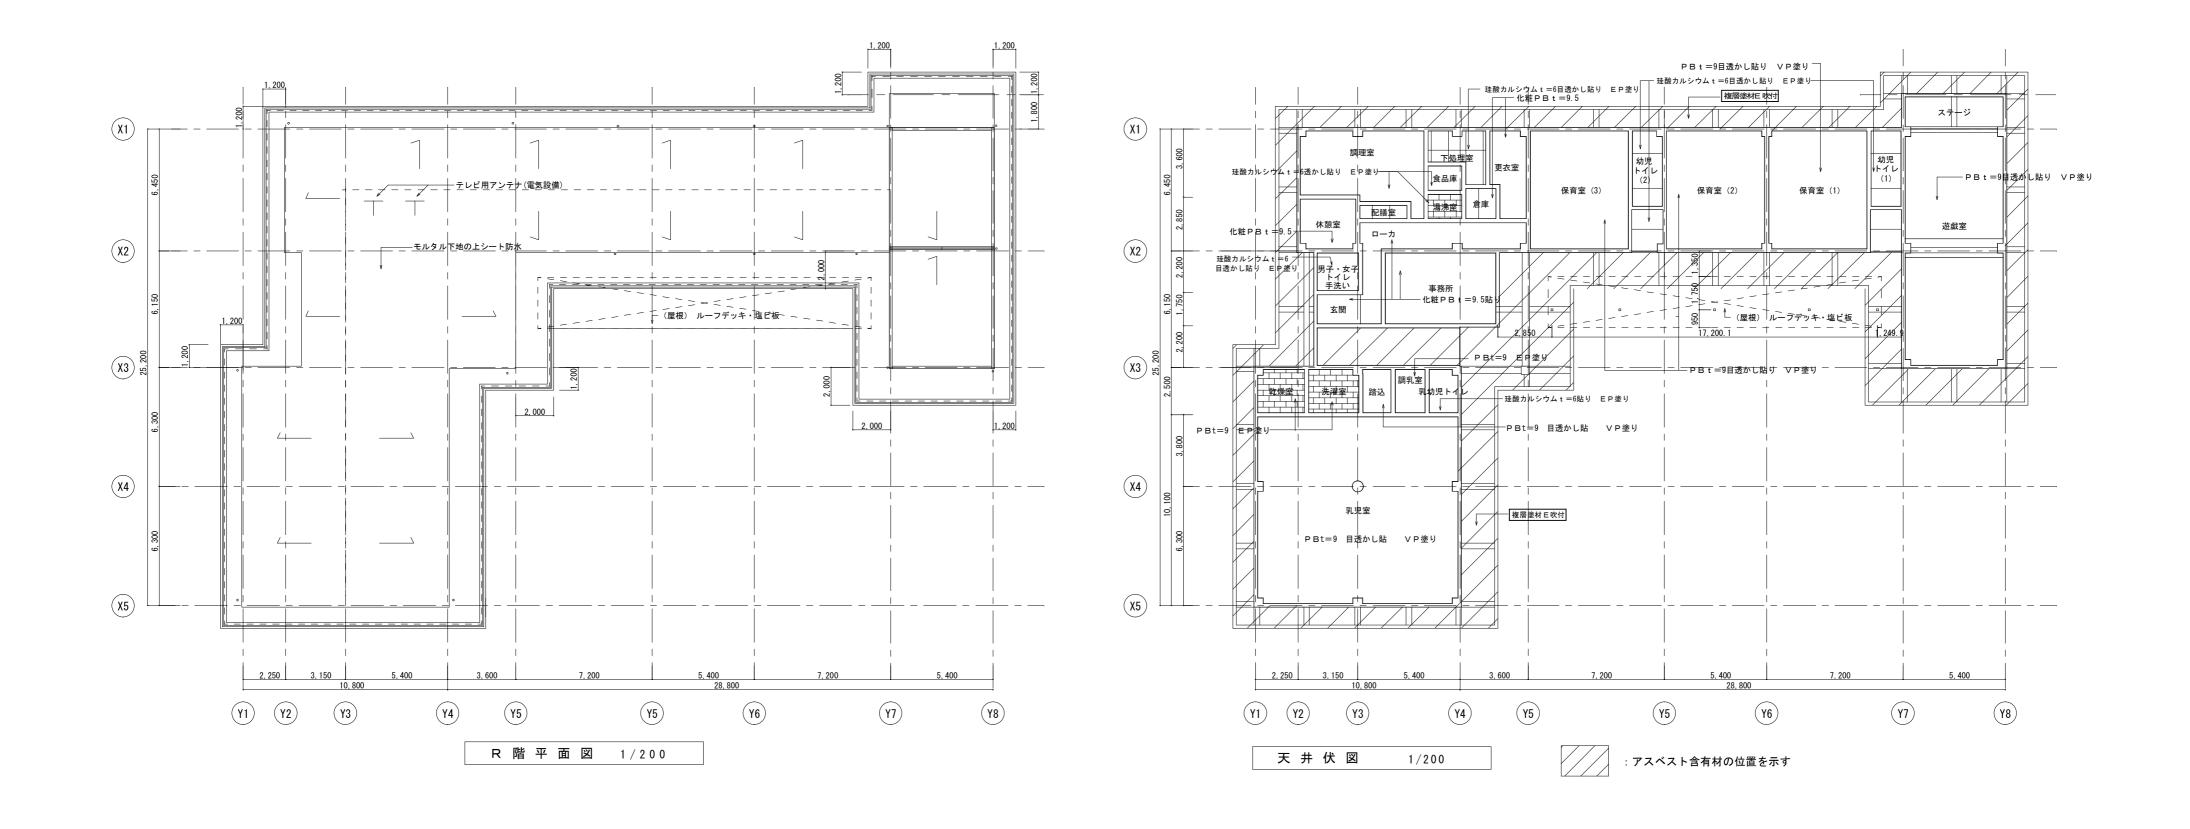


特記事項 凡例	工事名称 旧新町保育園解体工事	図面名称	作成年月日	一級建築士事務所 大森多	建築設計事務所	図面番号
★ : アスベスト含有材を示す (成型板に含有)		R階平面図・天井伏図	縮尺 1/200	三重県津市久居藤ヶ丘町2604-5 管理建築士 大森幸路	事務所登録 三重県知事 第1-259号 一級建築士 大 臣 登 録 143376号	A — 06 (原図: A2)

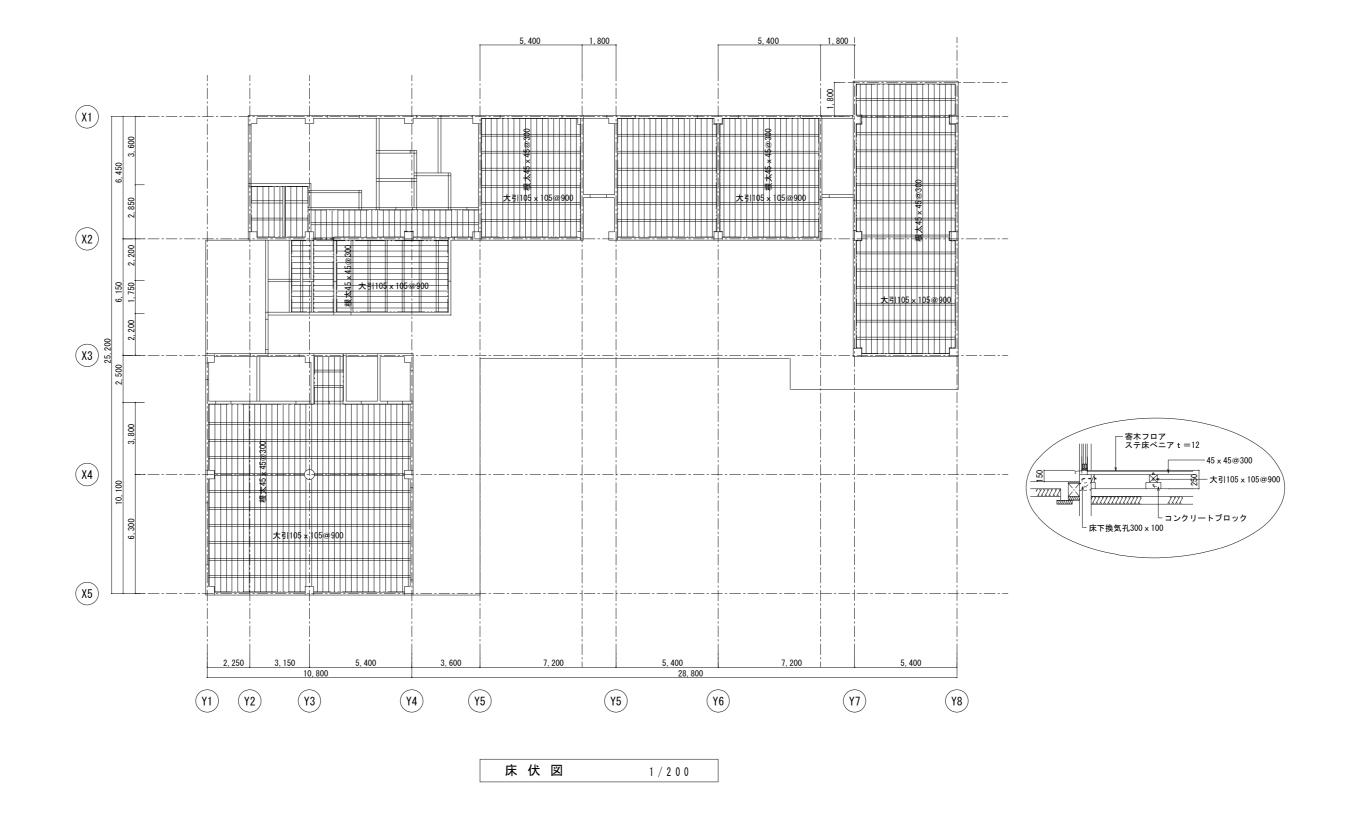


特記事項	工事名称 旧新町保育園解体工事	図面名称	作成年月日	- 級建築士事務所 大森建築設計事務所	図面番号
		床伏図	縮尺 1/200	三重県津市久居藤ヶ丘町2604-5 事務所登録 三重県知事 第1-259号 管理建築士 大森幸路 一級建築士 大臣登録 143376号	A — 07 (原図: A2)

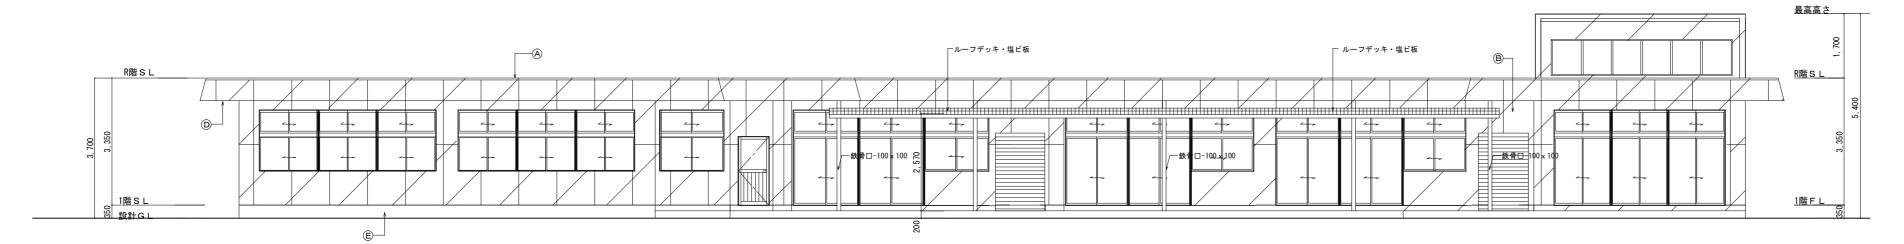


南側 立面図 S:1/100

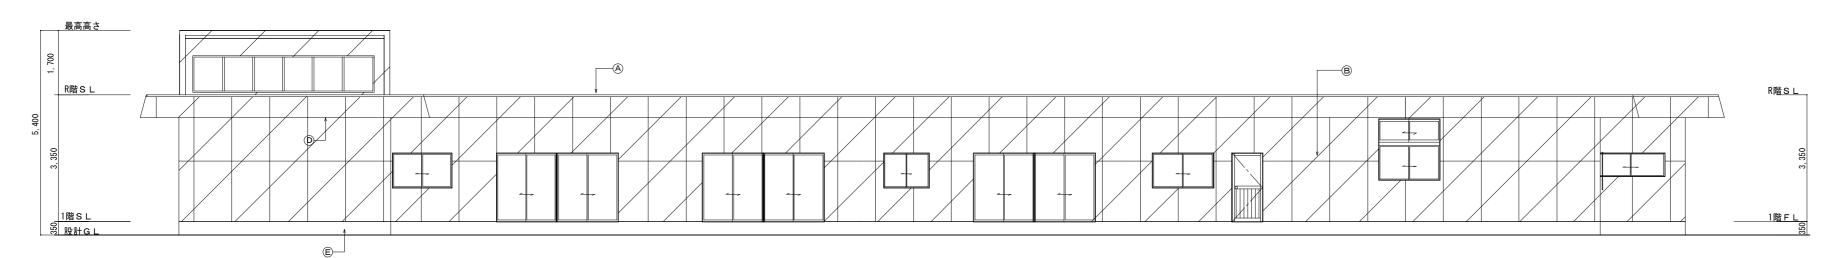

北側 立面図 S:1/100

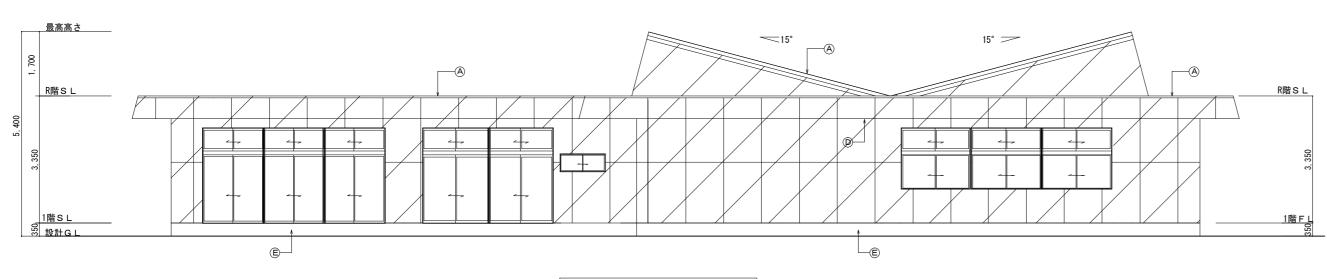

東側 立面図 S:1/100

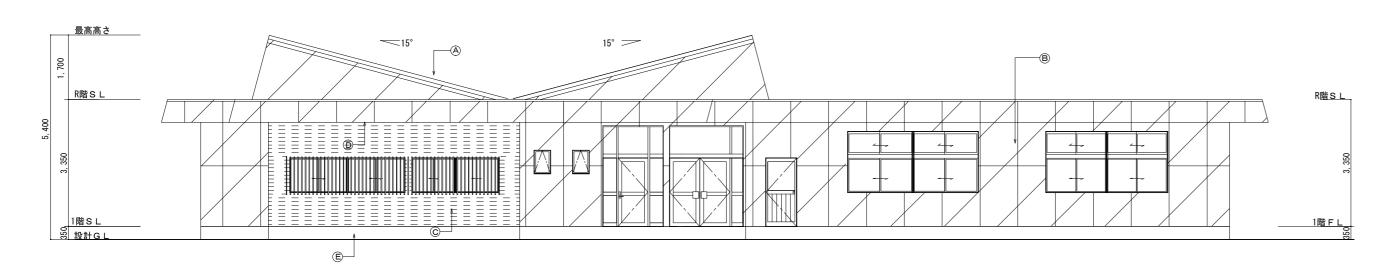



		外 部 仕 上 表
記号	場所	仕様
A	屋根	モルタル下地の上 シート防水
В	外壁	複層塗材E吹付 一部モルタル刷毛引きの上アクリルリシン吹き付け
С	外 壁(玄関廻り)	タイル貼り
D	軒裏	複層塗材E吹付
E	巾木	モルタル刷毛引き


: アスベスト含有材の位置を示す

0 (/10	1/	: '	S	义	面	立	i側	西
J	/ ! \	1/	•	J	囜	ЩЩ	<u> </u>		123


特記事項 凡例	工事名称 旧新町保育園解体工事	図面名称	作成年月日	-級建築士事務所 大森建	.	図面番号
★ : アスベスト含有材を示す (成型板に含有)		立 面 図	縮尺 1/100	三重県津市久居藤ヶ丘町2604-5 管 理 建 築 士 大 森 幸 路	事務所登録 三重県知事 第1-259号 一級建築士 大 臣 登 録 143376号	A — 08 (原図: A2)

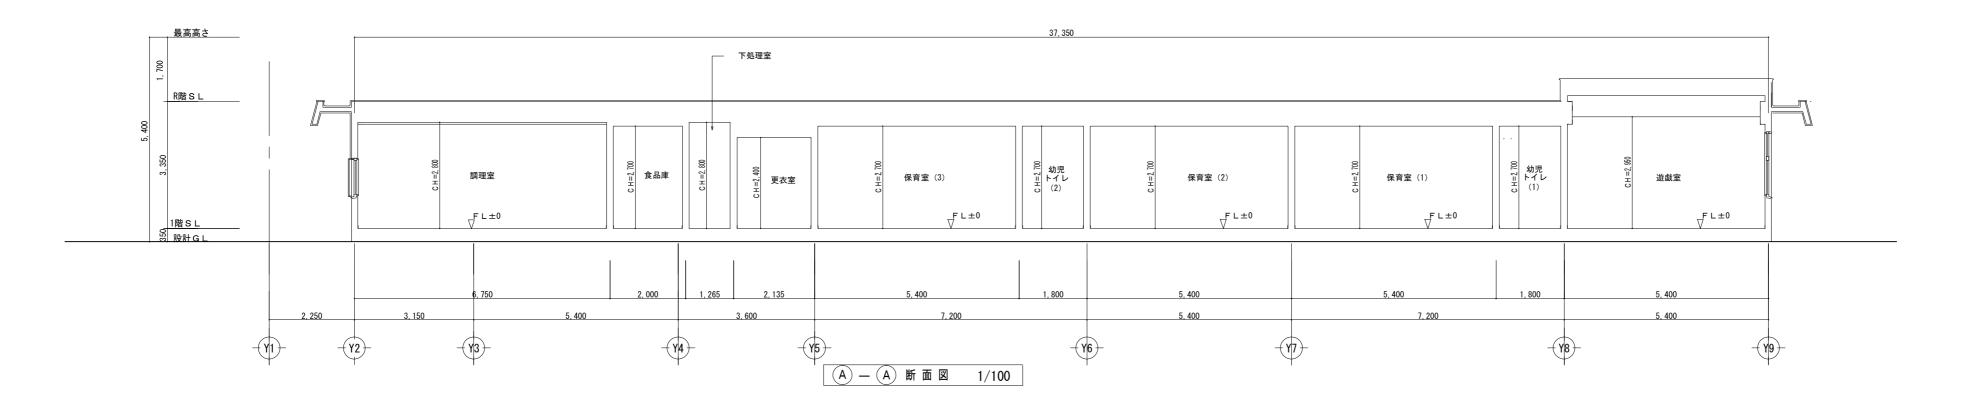

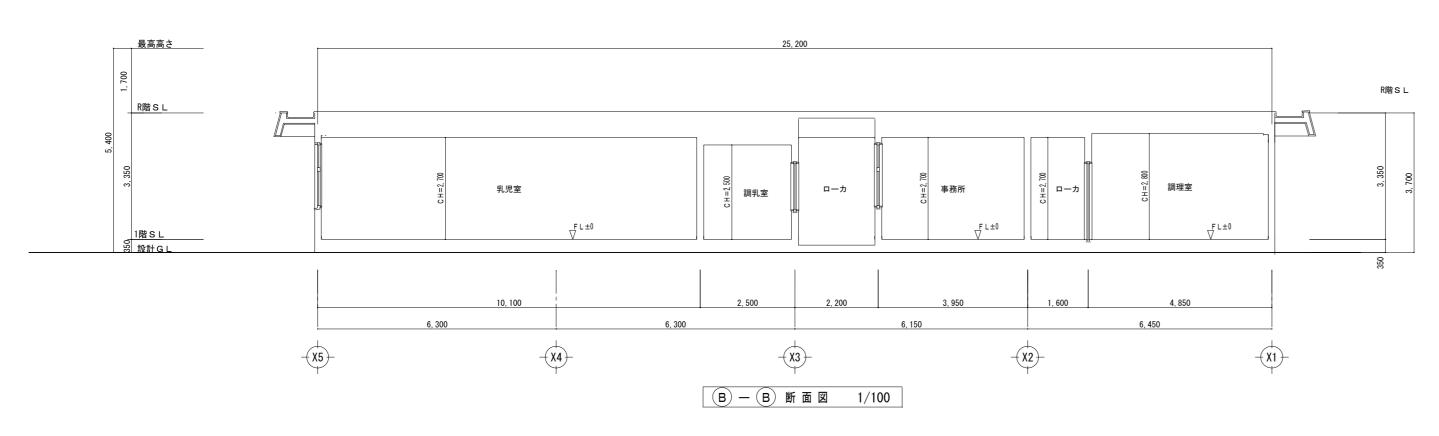


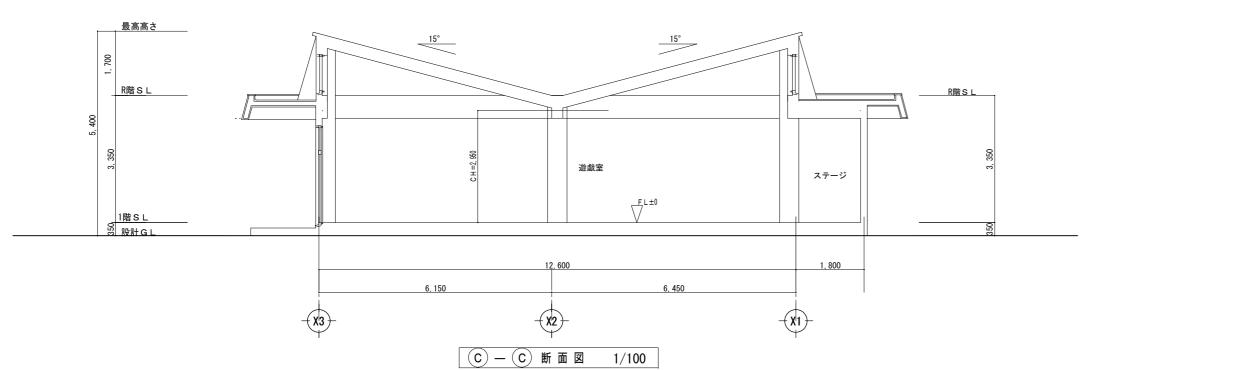


特記事項 	工事名称	図面名称	作成年月日	- 級建築士事務所 大森建築設計事務所	図面番号
		断面図	縮尺 1/100	三重県津市久居藤ヶ丘町2604-5 事務所登録 三重県知事 第1-259号 管理建築士 大 森 幸 路 一級建築士 大 臣 登録 143376号	A — 09 (原図:A2)

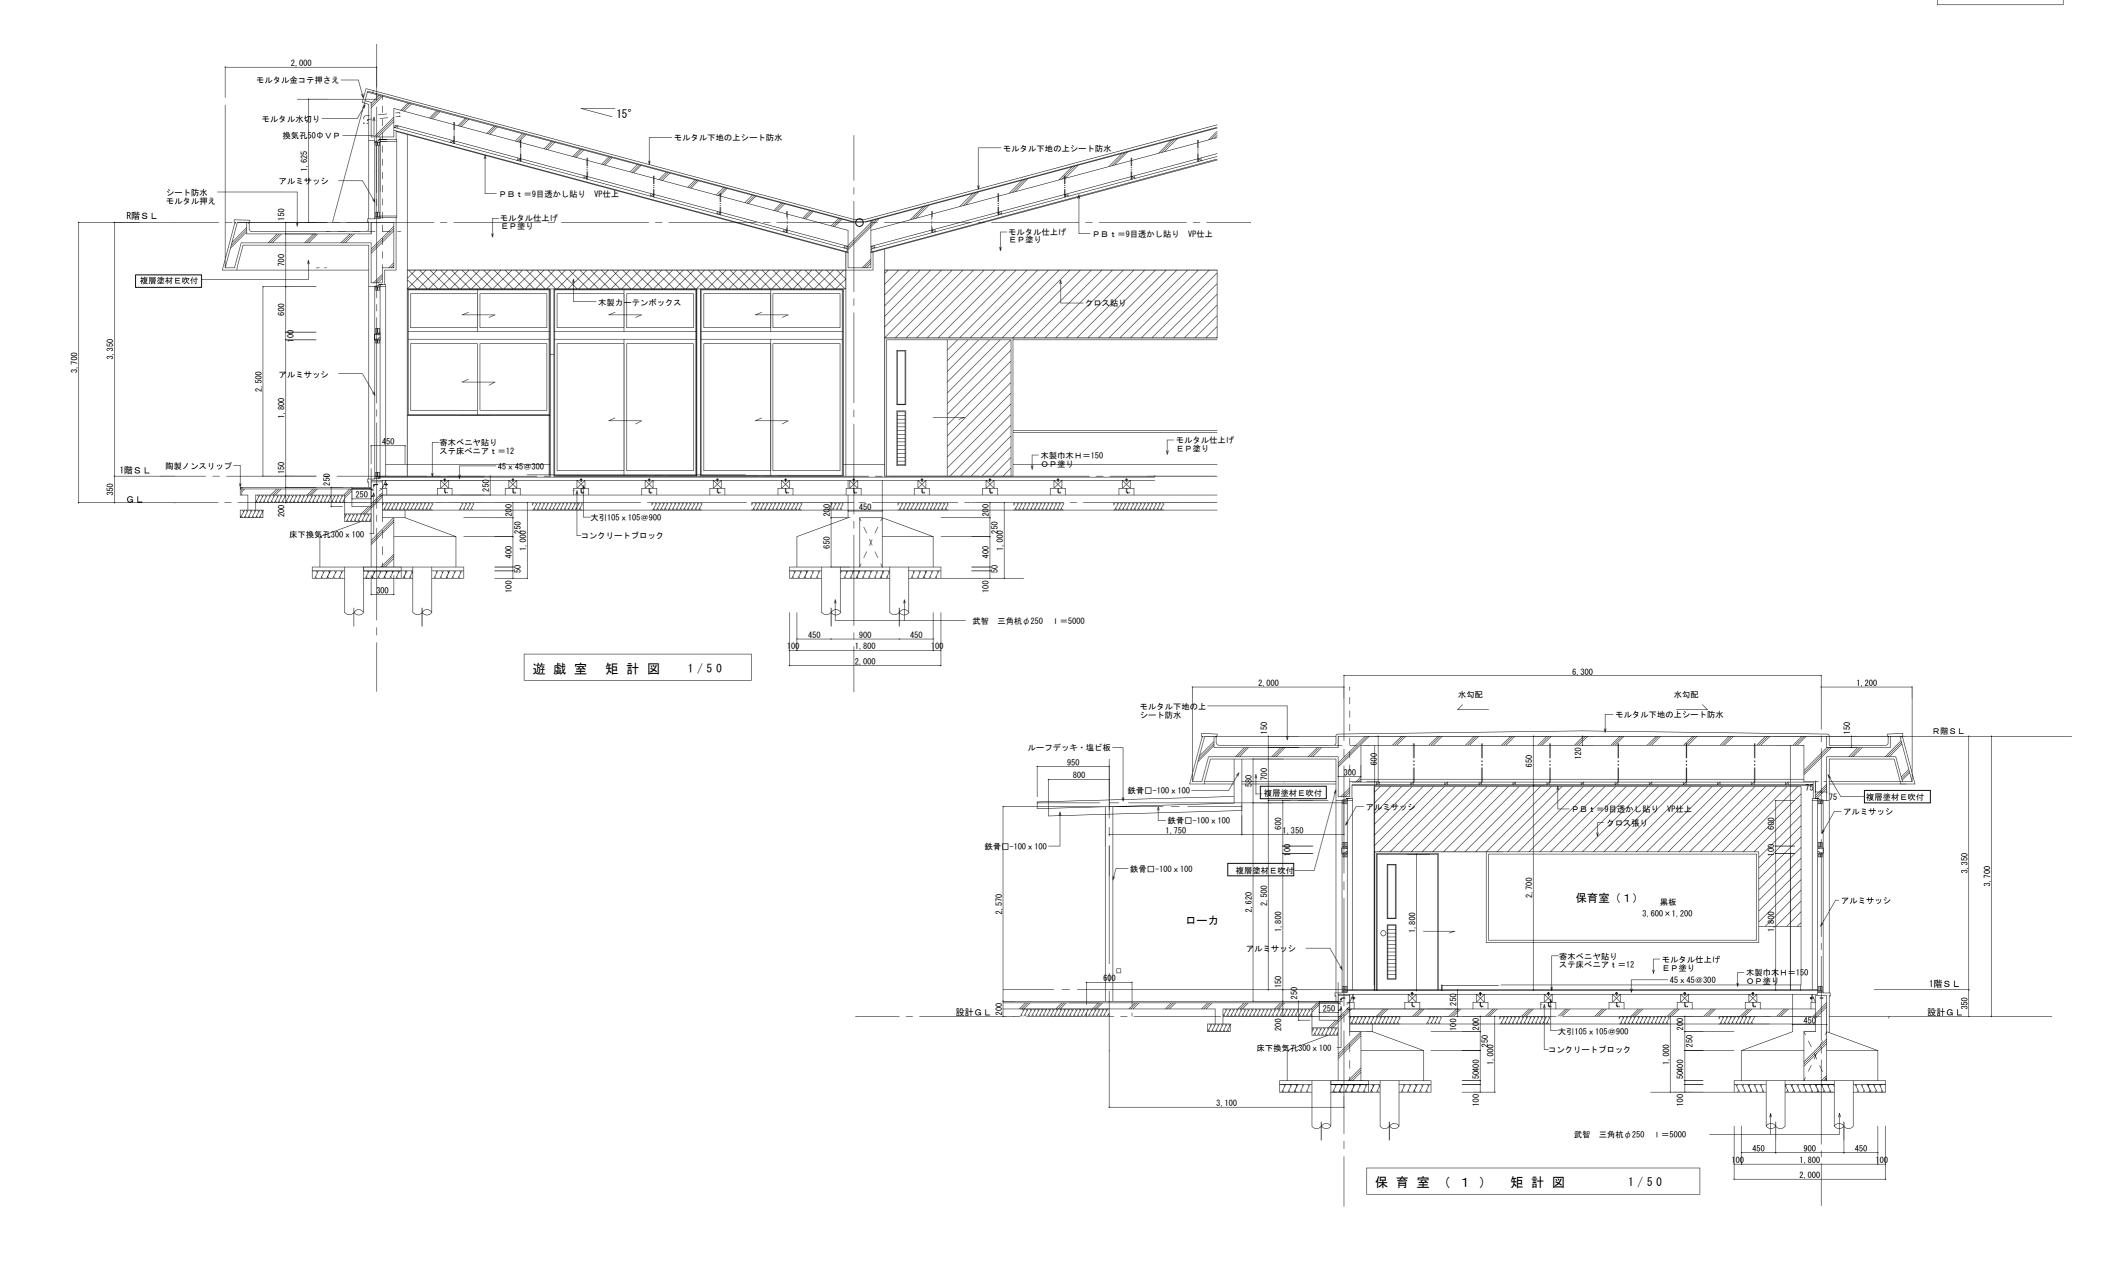

特記事項 凡例	工事名称 旧新町保育園解体工事	図面名称	作成年月日	一級建築士事務所 大森	建築設計事務所	図面番号
★ : アスベスト含有材を示す (成型板に含有)		矩 計 図	縮尺 1/50	三重県津市久居藤ヶ丘町2604-5 管 理 建 築 士 大 森 幸 路	事務所登録 三重県知事 第1-259号 一級建築士 大 臣 登 録 143376号	A —10 (原図: A2)

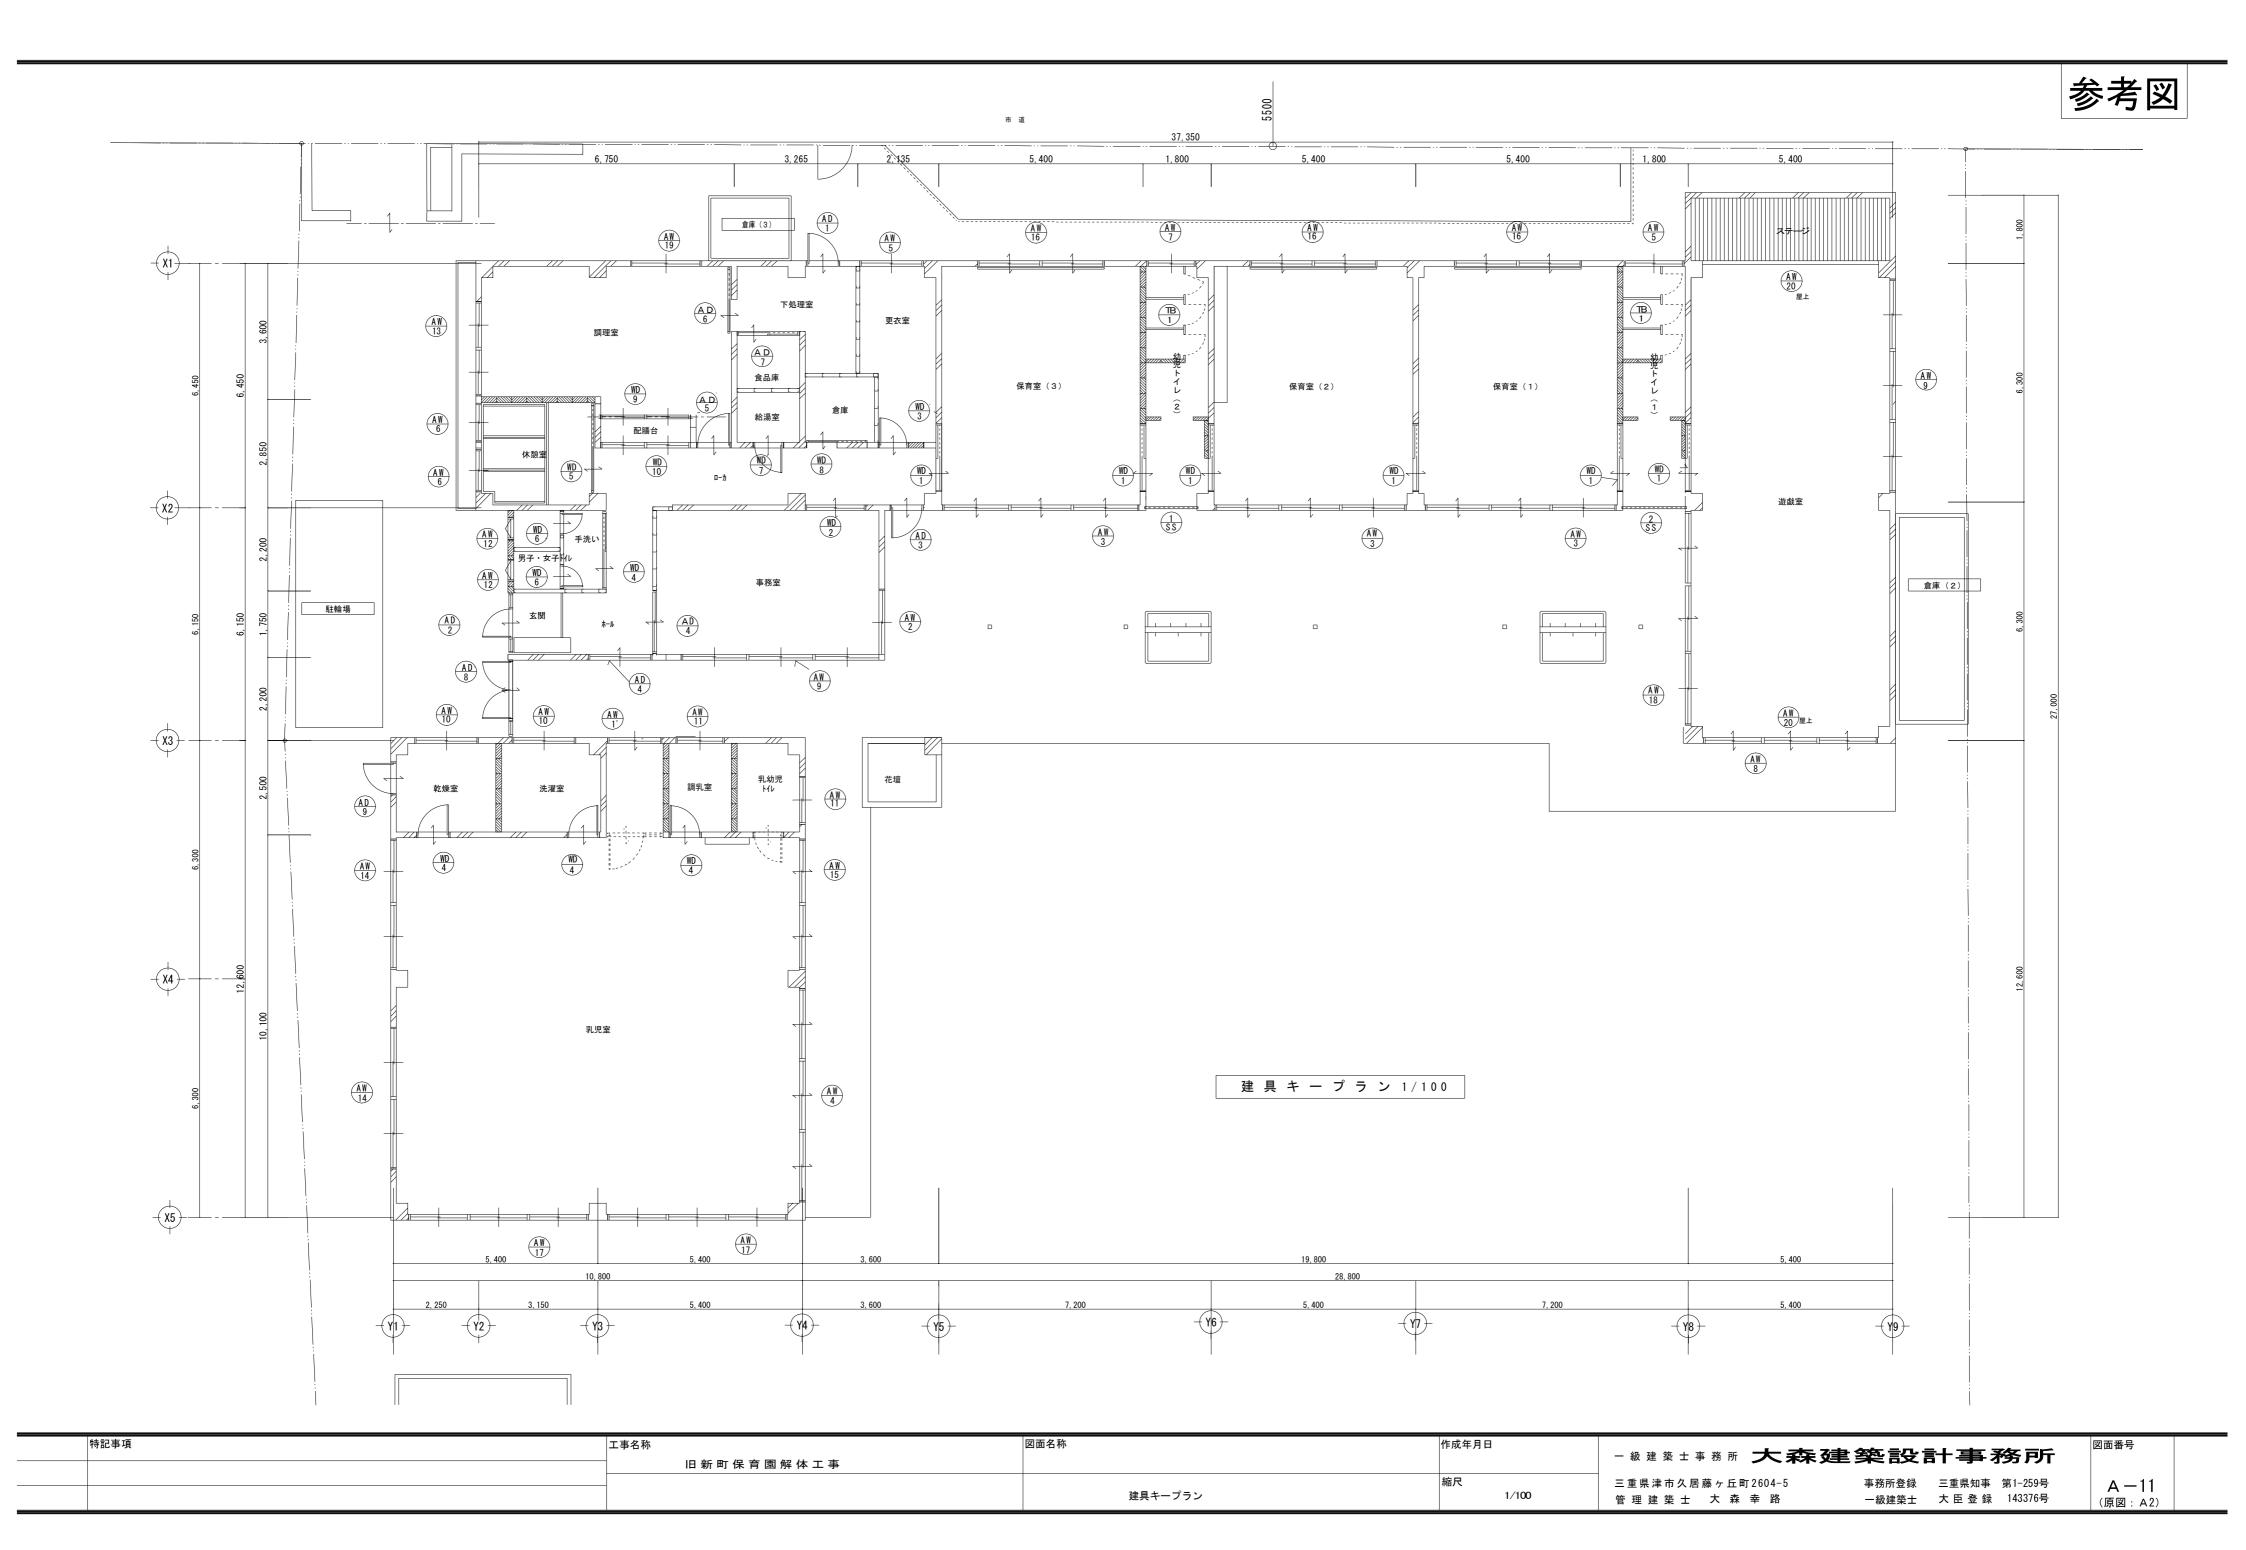

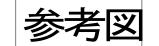

三重県津市久居藤ヶ丘町2604-5


管理建築士 大森幸路

1/50


事務所登録 三重県知事 第1-259号

一級建築士 大臣登録 143376号


A — 12 (原図: A2)

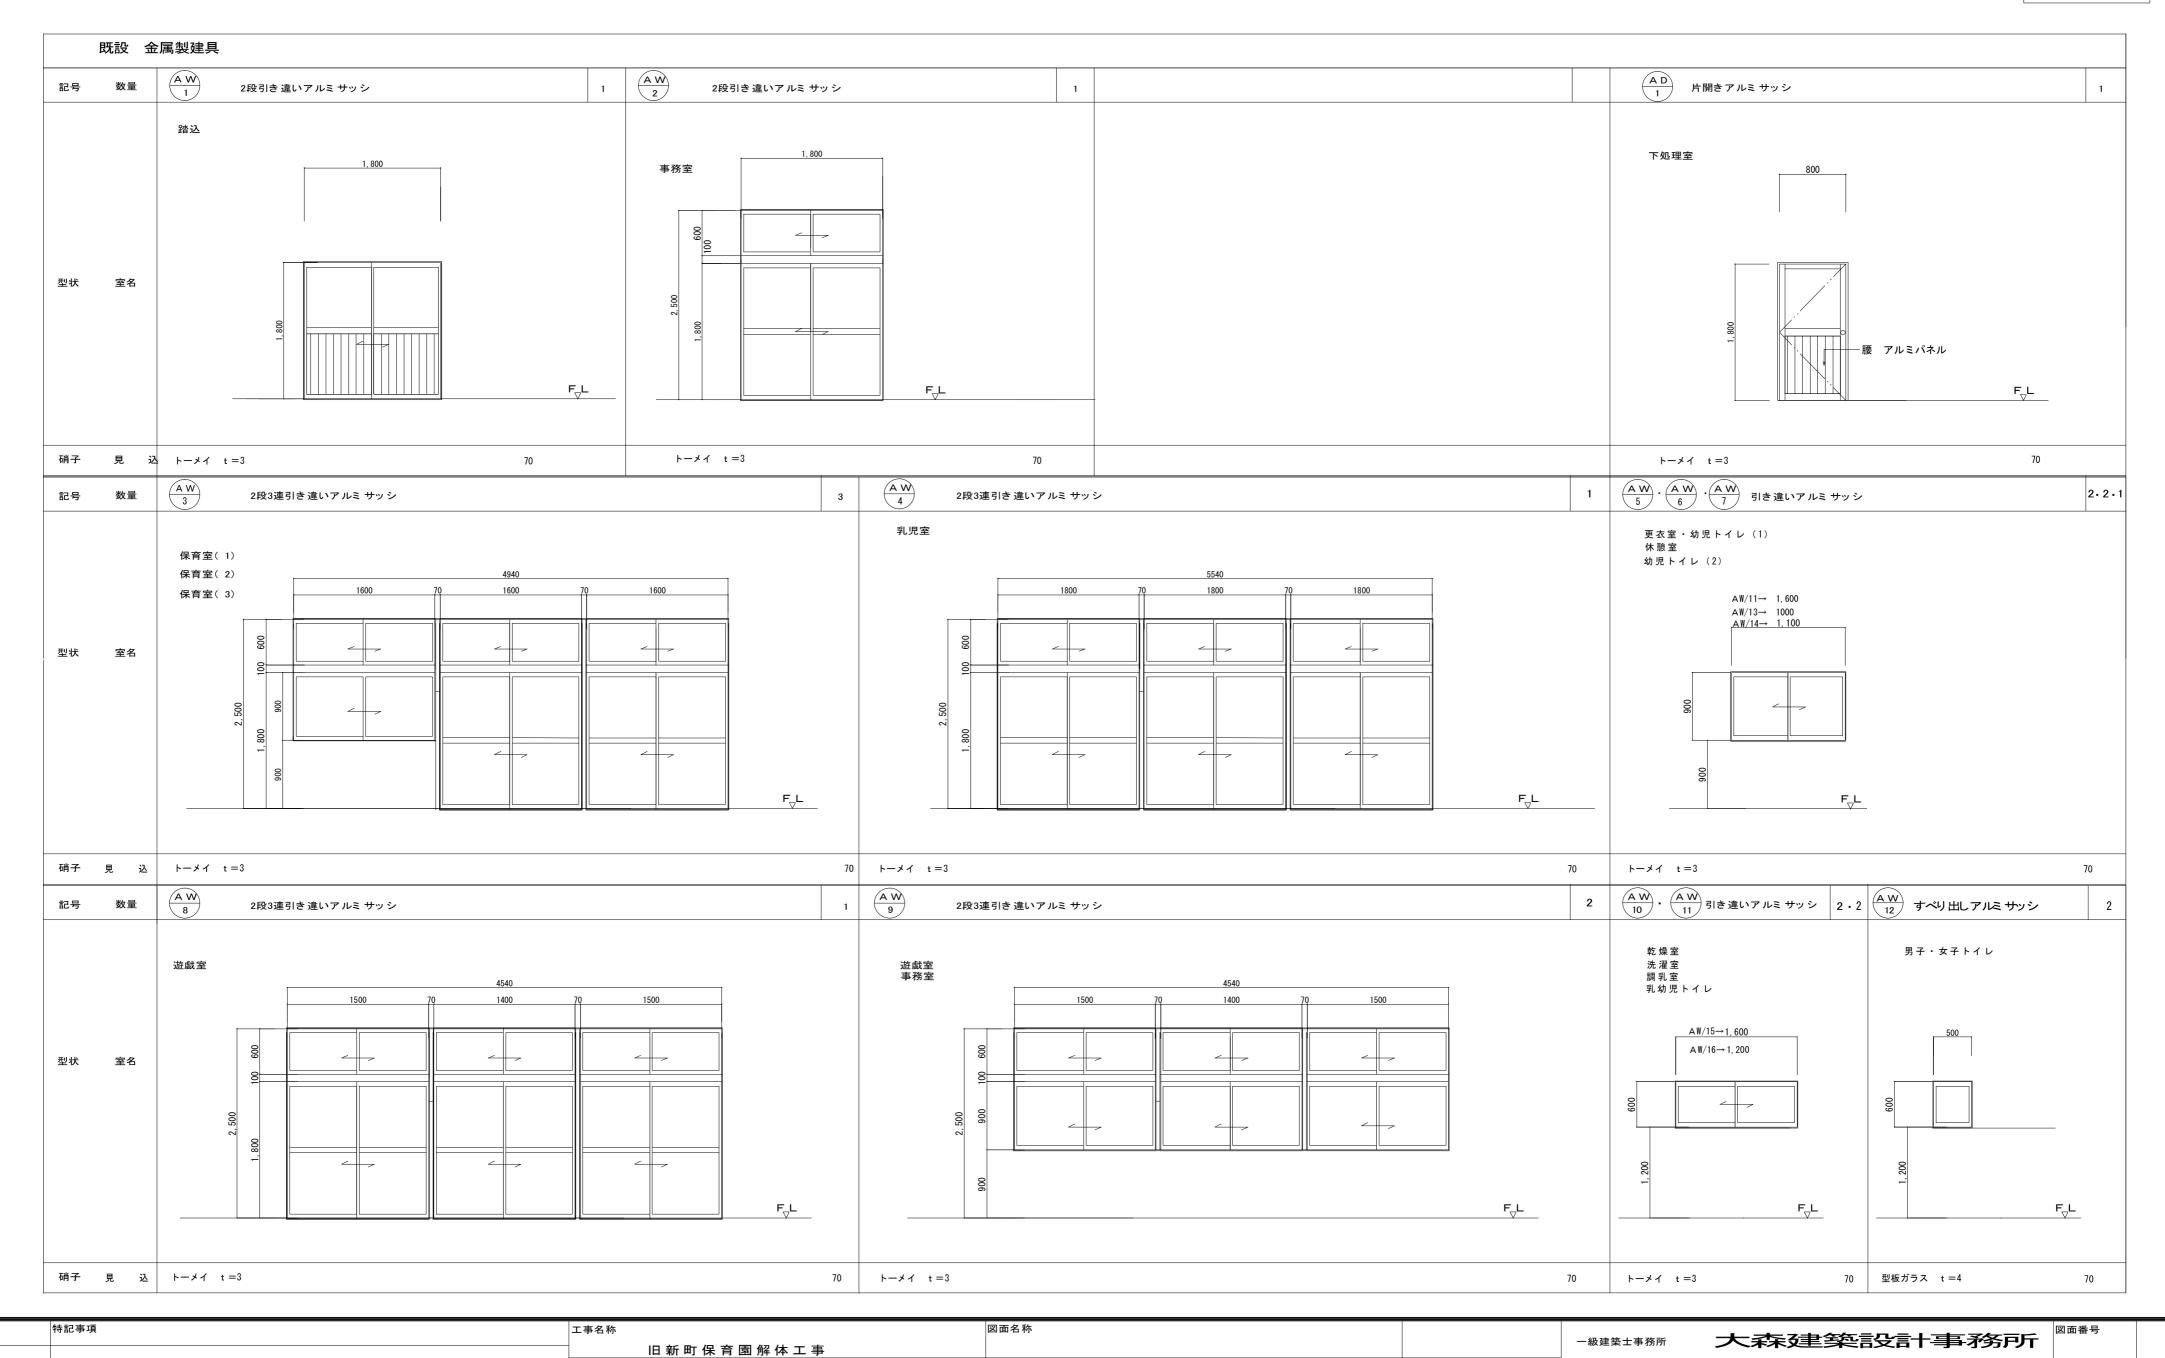

建具表-1

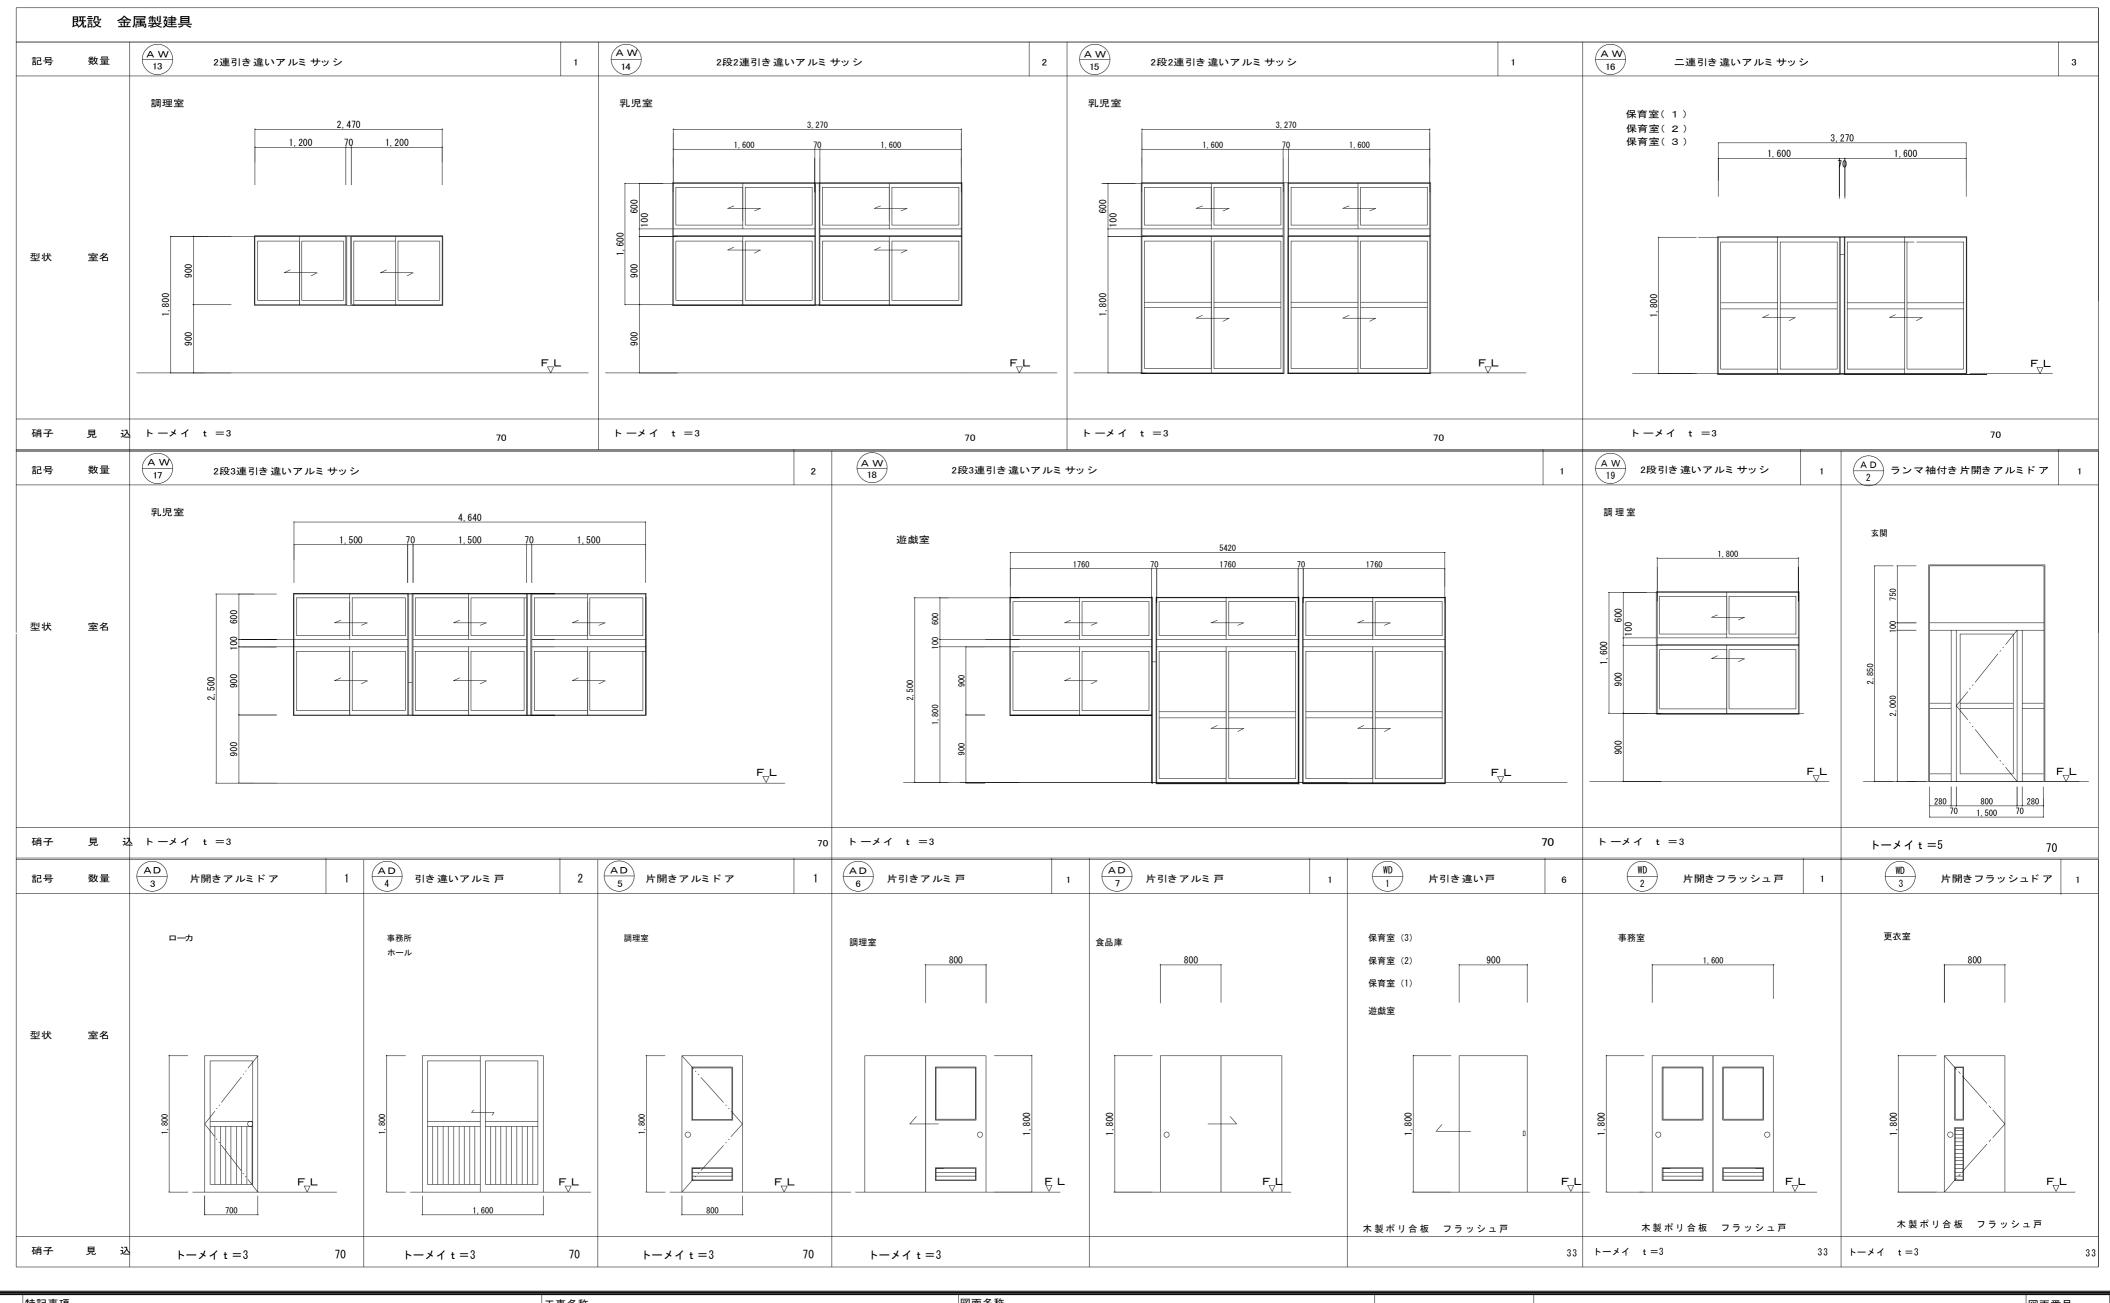

	行記事項	^{⊥爭名孙} 旧 新 町 保 育 園 解 体 工 事	四曲石柳		− 級建築士事務所 →	建築設計事務所	図面番 号
		IB 491 전 PK C3 EM JT PT - 구	建具表一2	縮尺 1/50			A —13 (原図: A2)

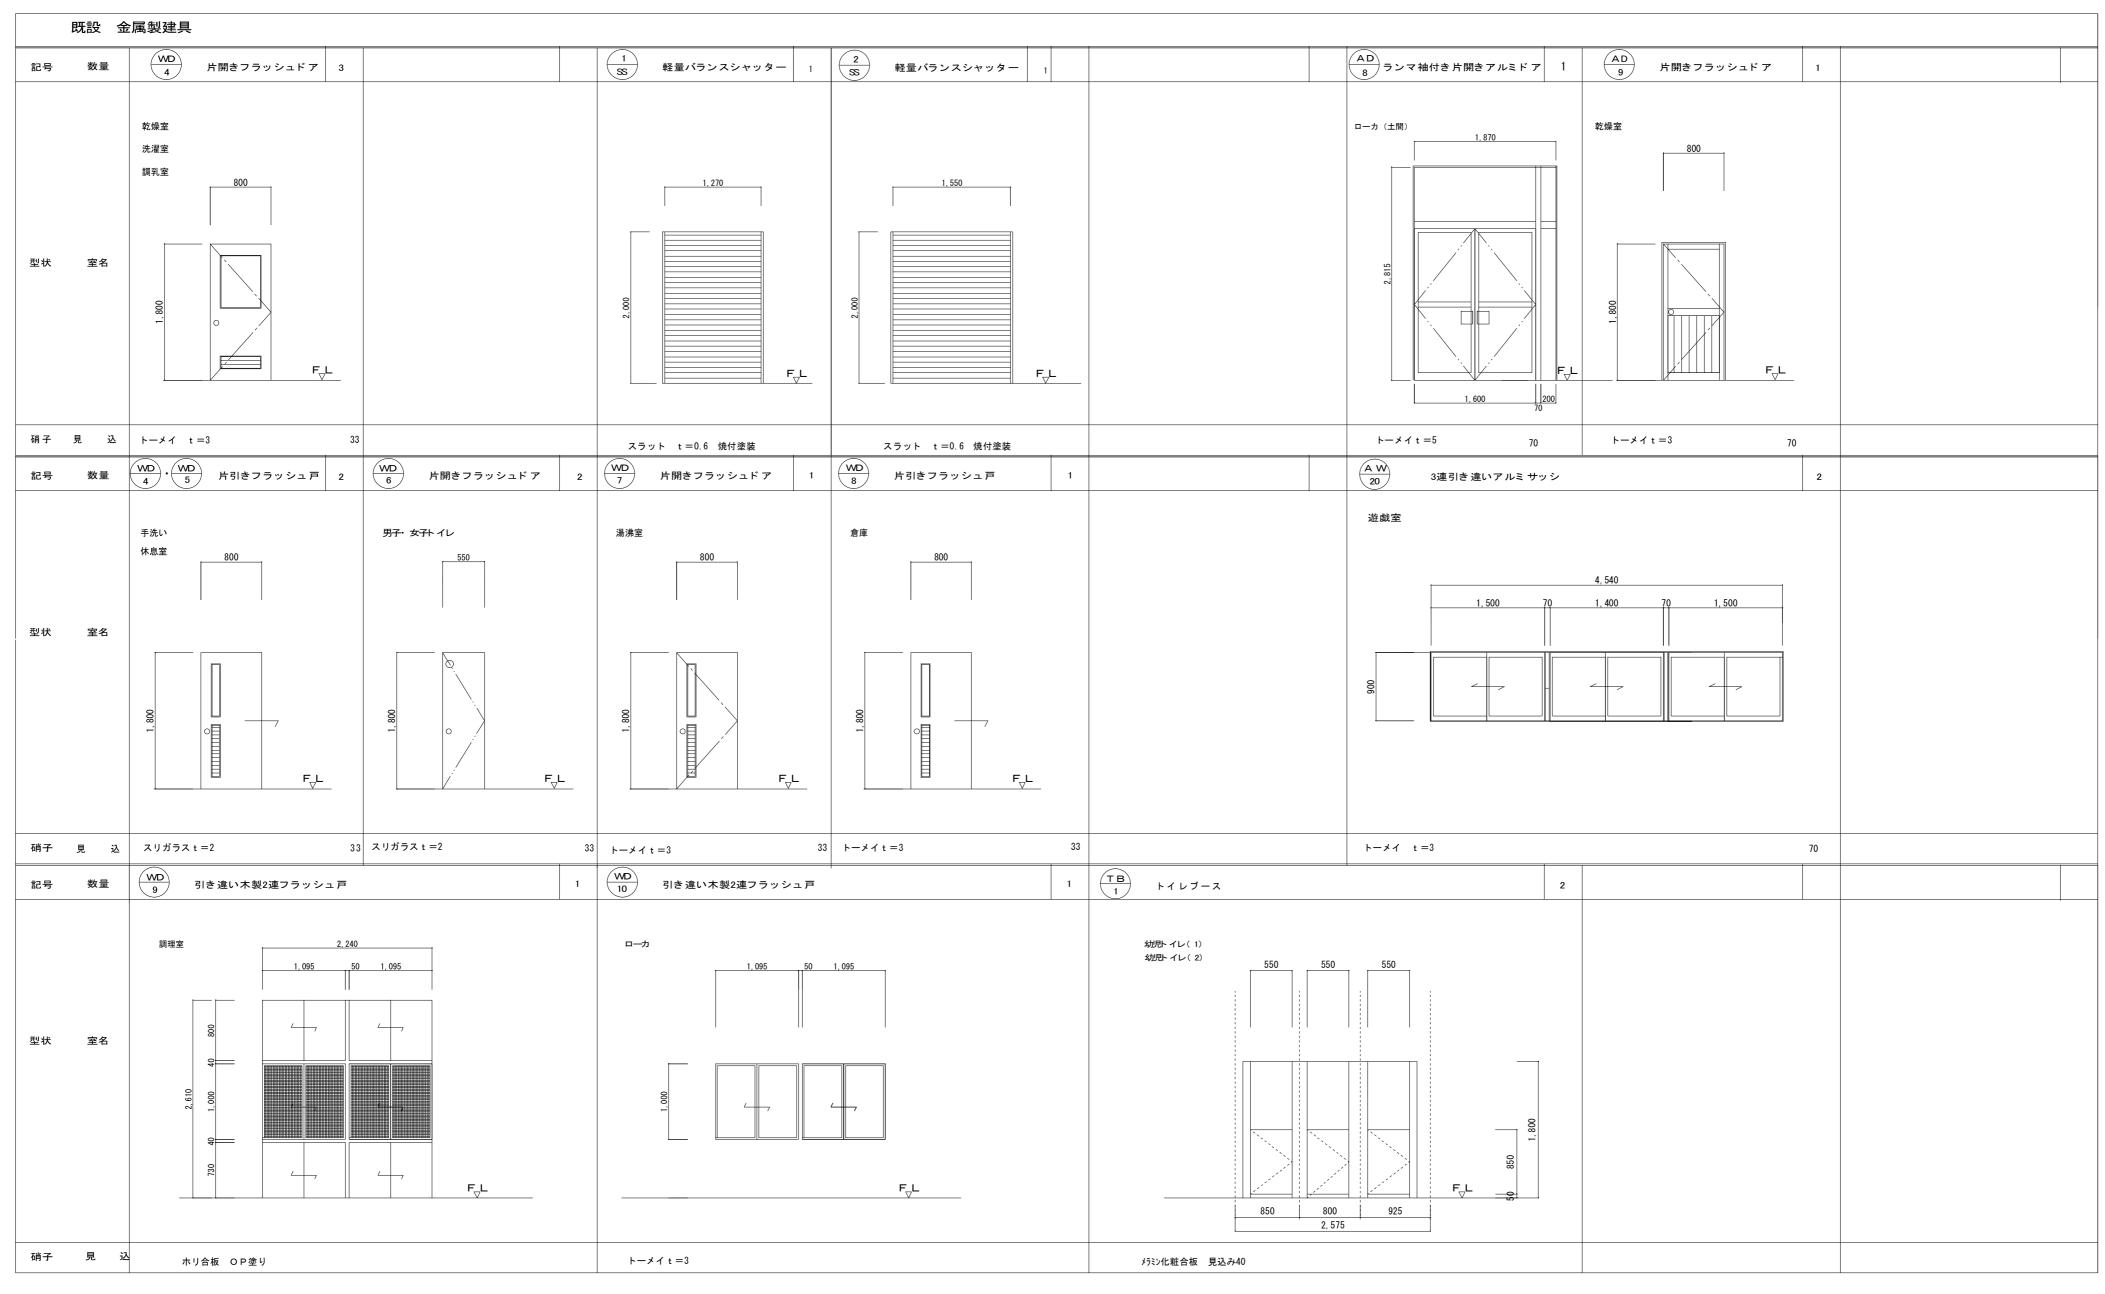


特記事項	工事名称 旧 新 町 保 育 園 解 体 工 事	図面名称		─級建築±事務所 大 森東	建築設計事務所	図面番号
		建具表一3	縮尺 1/50	三重県津市久居藤ヶ丘町2604-5 管理建築士 大森幸路	事務所登録 三重県知事 第1-259号 一級建築士 大臣登録 143376号	A — 14 (原図: A2)

参考区




特記事項 凡例	工事名称 旧新町保育園解体工事	図面名称	作成年月日	一級建築士事務所大森建築設計事務所	図面番号
★ :アスベスト含有材を示す(成型板に含有)			縮尺	三重県津市久居藤ヶ丘町2604-5 事務所登録 三重県知事 第1-259号	Δ —15
: アスベスト含有材を示す (下地調整塗材に含有)		展開図	1/100	管理建築士 大森幸路 一級建築士 大臣登録 143376号	(原図: A2)

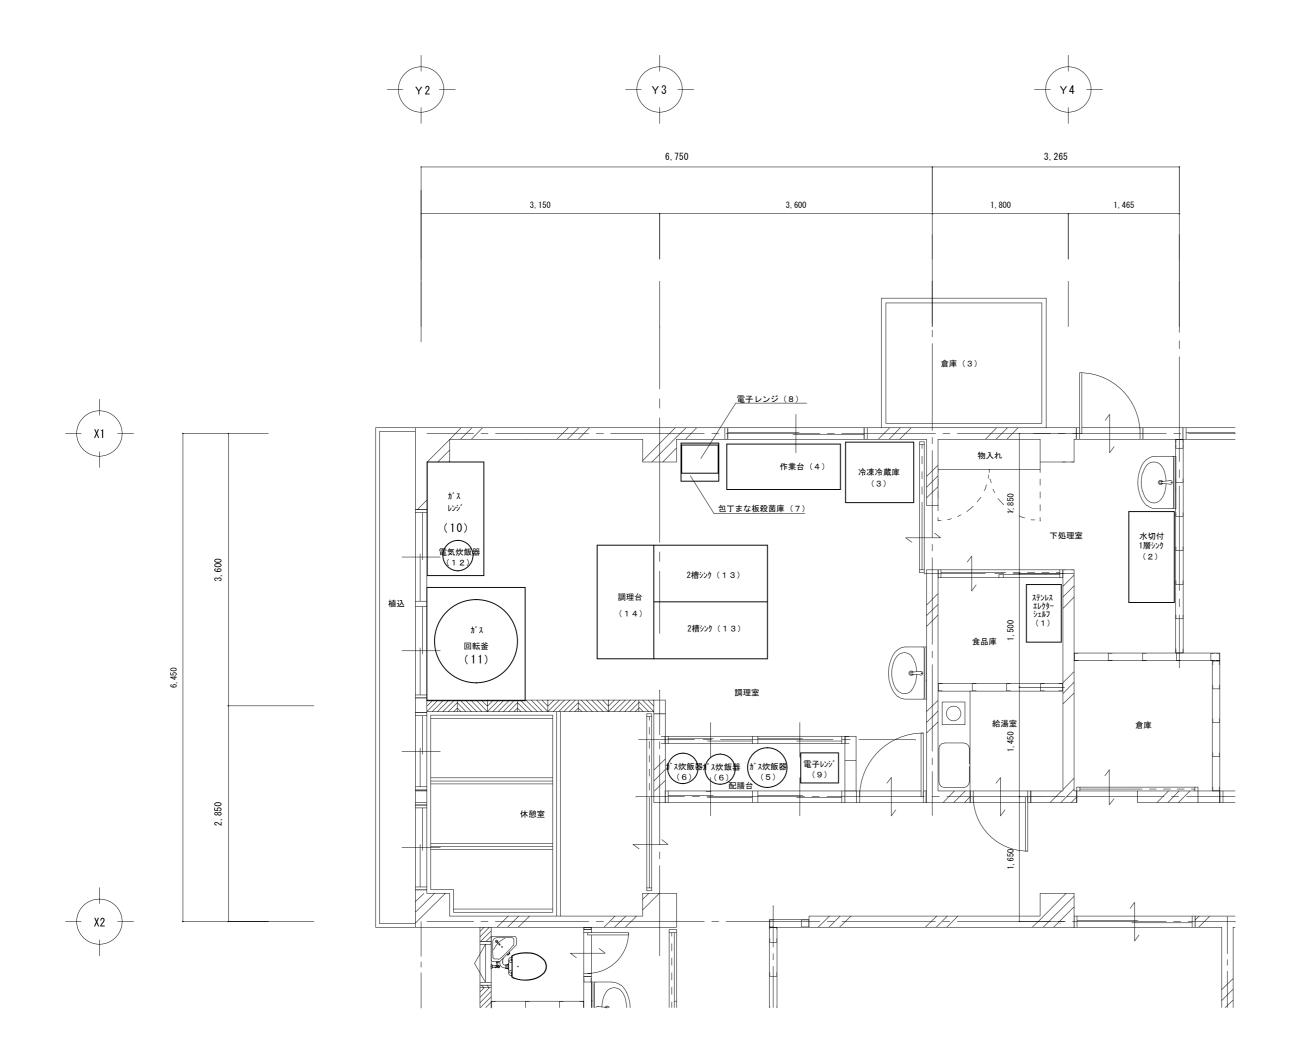

給食室撤去機器リスト

番号		品 名	幅	奥 行	高さ	
1	ステンレスエレクターシェルフ		900	450	1, 000	
2	水切付 1 槽シンク		1, 200	600	850	
3	冷凍冷蔵庫		900	800	1880	
4	作業台		1, 500	600	800	
5	ガス炊飯器		525	481	434	
6	ガス炊飯器×2		400	400	300	
7	包丁まな板殺菌庫		500	500	1005	
8	電子レンジ		373	484	300	
9	電子レンジ		500	400	330	
10	ガスレンジ	MGRX-157C	1, 500	750	800	
11	ガス回転釜	GHS-26	1, 260	ϕ 800	1, 710	
12	電気炊飯器		400	400	300	
13	2槽シンク×2	_	1, 500	750	850	
14	調理台		1, 500	750	850	


特記事項 	工事名称 旧新町保育園解体工事	図面名称	作成年月日	一級建築士事務所 大森建築設計事務所	図面番号
		厨 房 機 器 撤 去 図	縮尺	三重県津市久居藤ヶ丘町2604-5事務所登録三重県知事 第1-259号管理建築士 大森幸路一級建築士 大臣登録 143376号	A —16 (原図: A2)

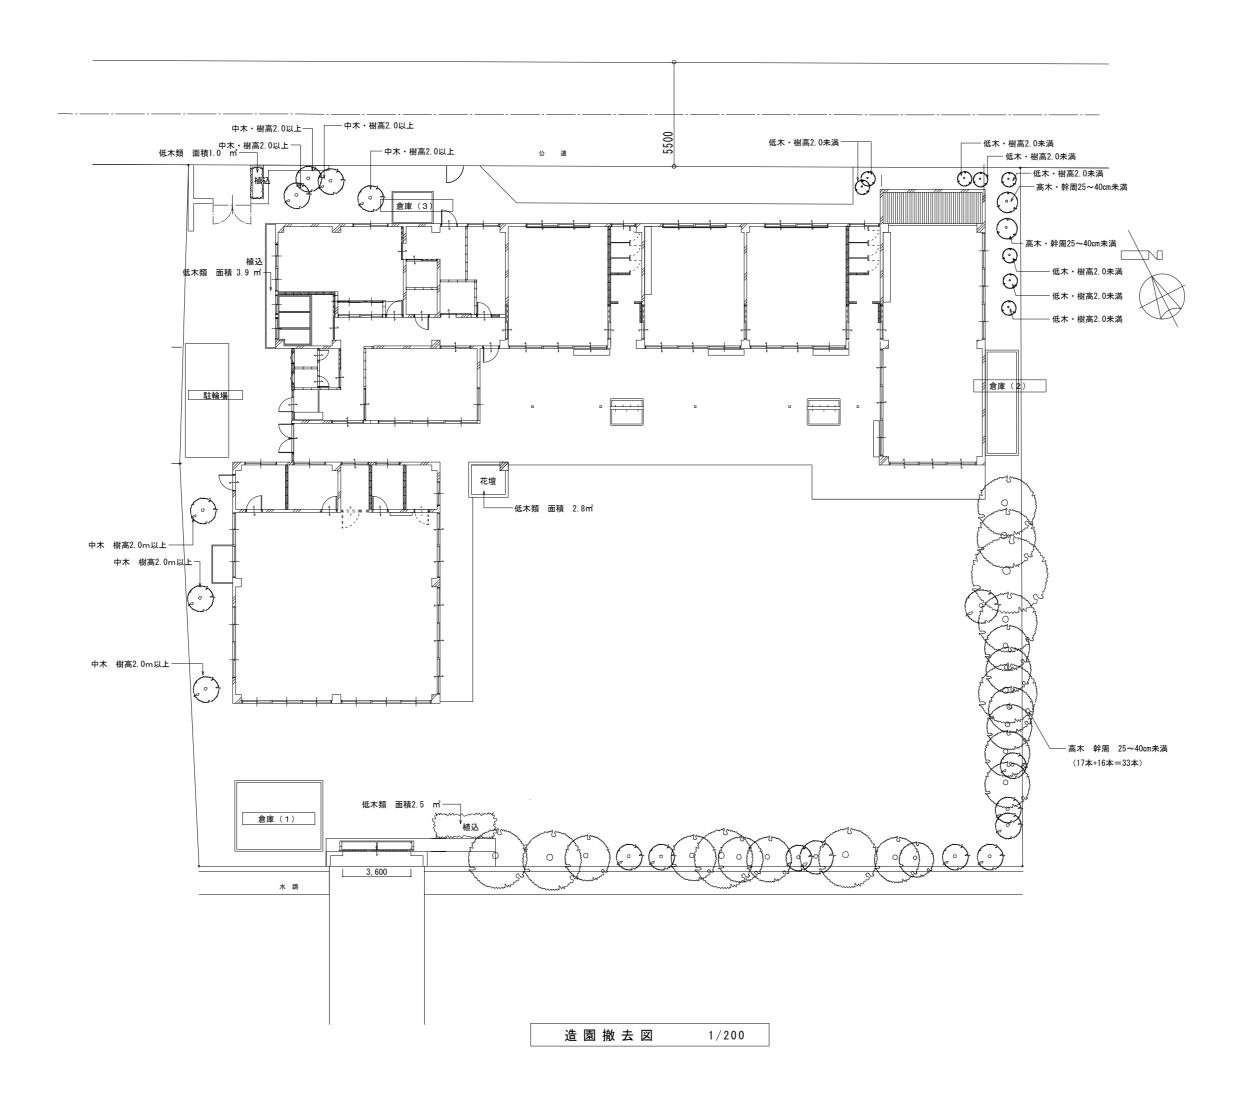

既設 樹種類	類 形状		
樹 種	形状仕様	本	数
低木類	面積	10. 2	m [*]
低 木	樹高 2.0m未満	8	本
中 木	樹高 2.0m以上	7	本
高 木	幹周 25~40 c m未満	35	本

※樹木撤去は全て伐採、抜根共

特記事項	工事名称	図面名称	作成年月日	- 級建築士事務所 大森建築設計事務所	図面番号
	旧新町保育園解体工事	造園撤去図	縮尺 1/200	三重県津市久居藤ヶ丘町2604-5 事務所登録 三重県知事 第1-259号 管理建築士 大森幸路 一級建築士 大臣登録 143376号	A —17

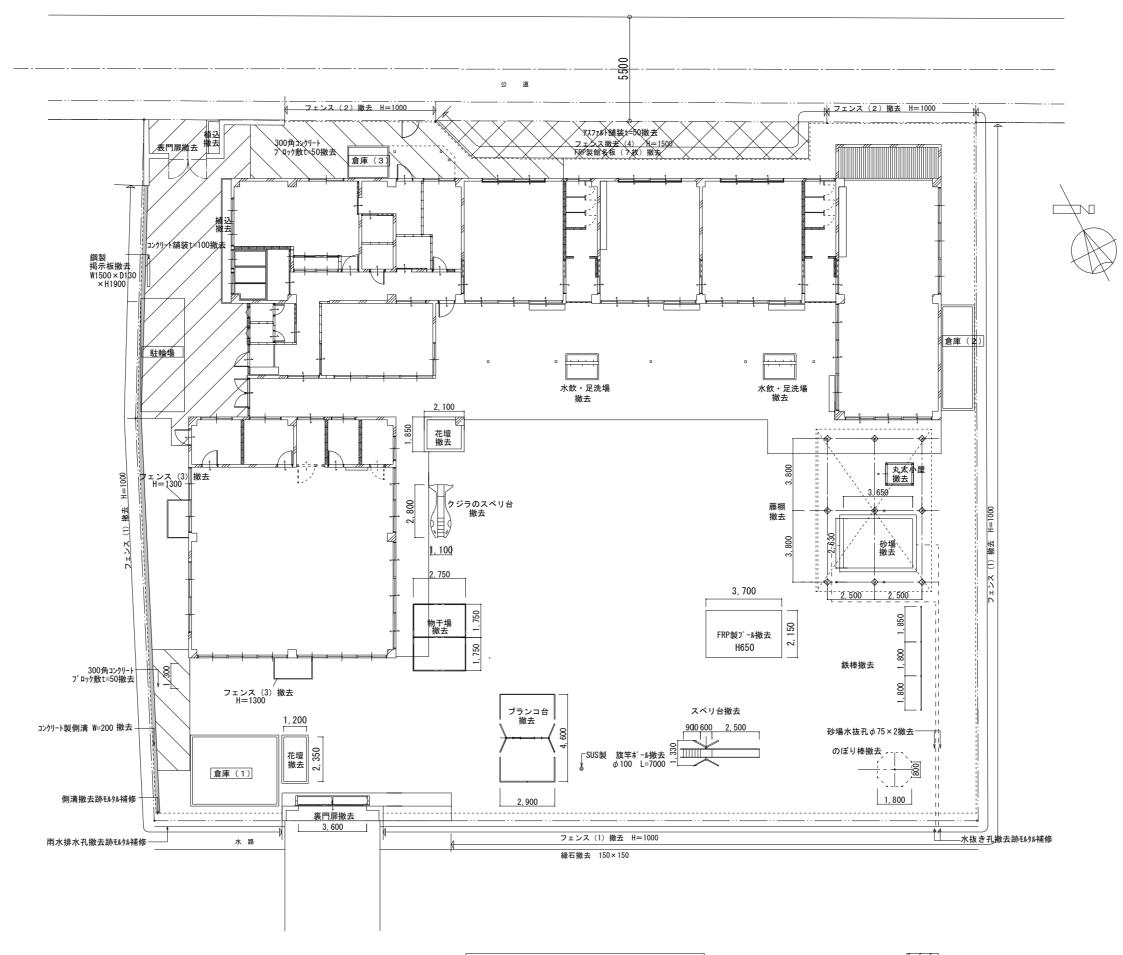


外 構 図 1/200 ※特記無き限り、遊具等は基礎共撤去すること。


%タイヤ(ϕ 500程度 27本)は、撤去の上、場内仮置きとし、 仮置き場所については市監督員と協議すること。 : コンリート舗装t=100撤去範囲を示す


:300角コンクリートブロック敷t=50撤去範囲を示す


: アスファルト舗装t=50撤去範囲を示す


特記事項	工事名称 旧新町保育園解体工事	図面名称	作成年月日	- 級建築士事務所 大森建築設計事務所
		外構図	縮尺 1/200	三重県津市久居藤ヶ丘町2604-5 事務所登録 三重県知事 第1-259号 A - 18 管理建築士 大森幸路 一級建築士 大臣登録 143376号 (原図: A2)

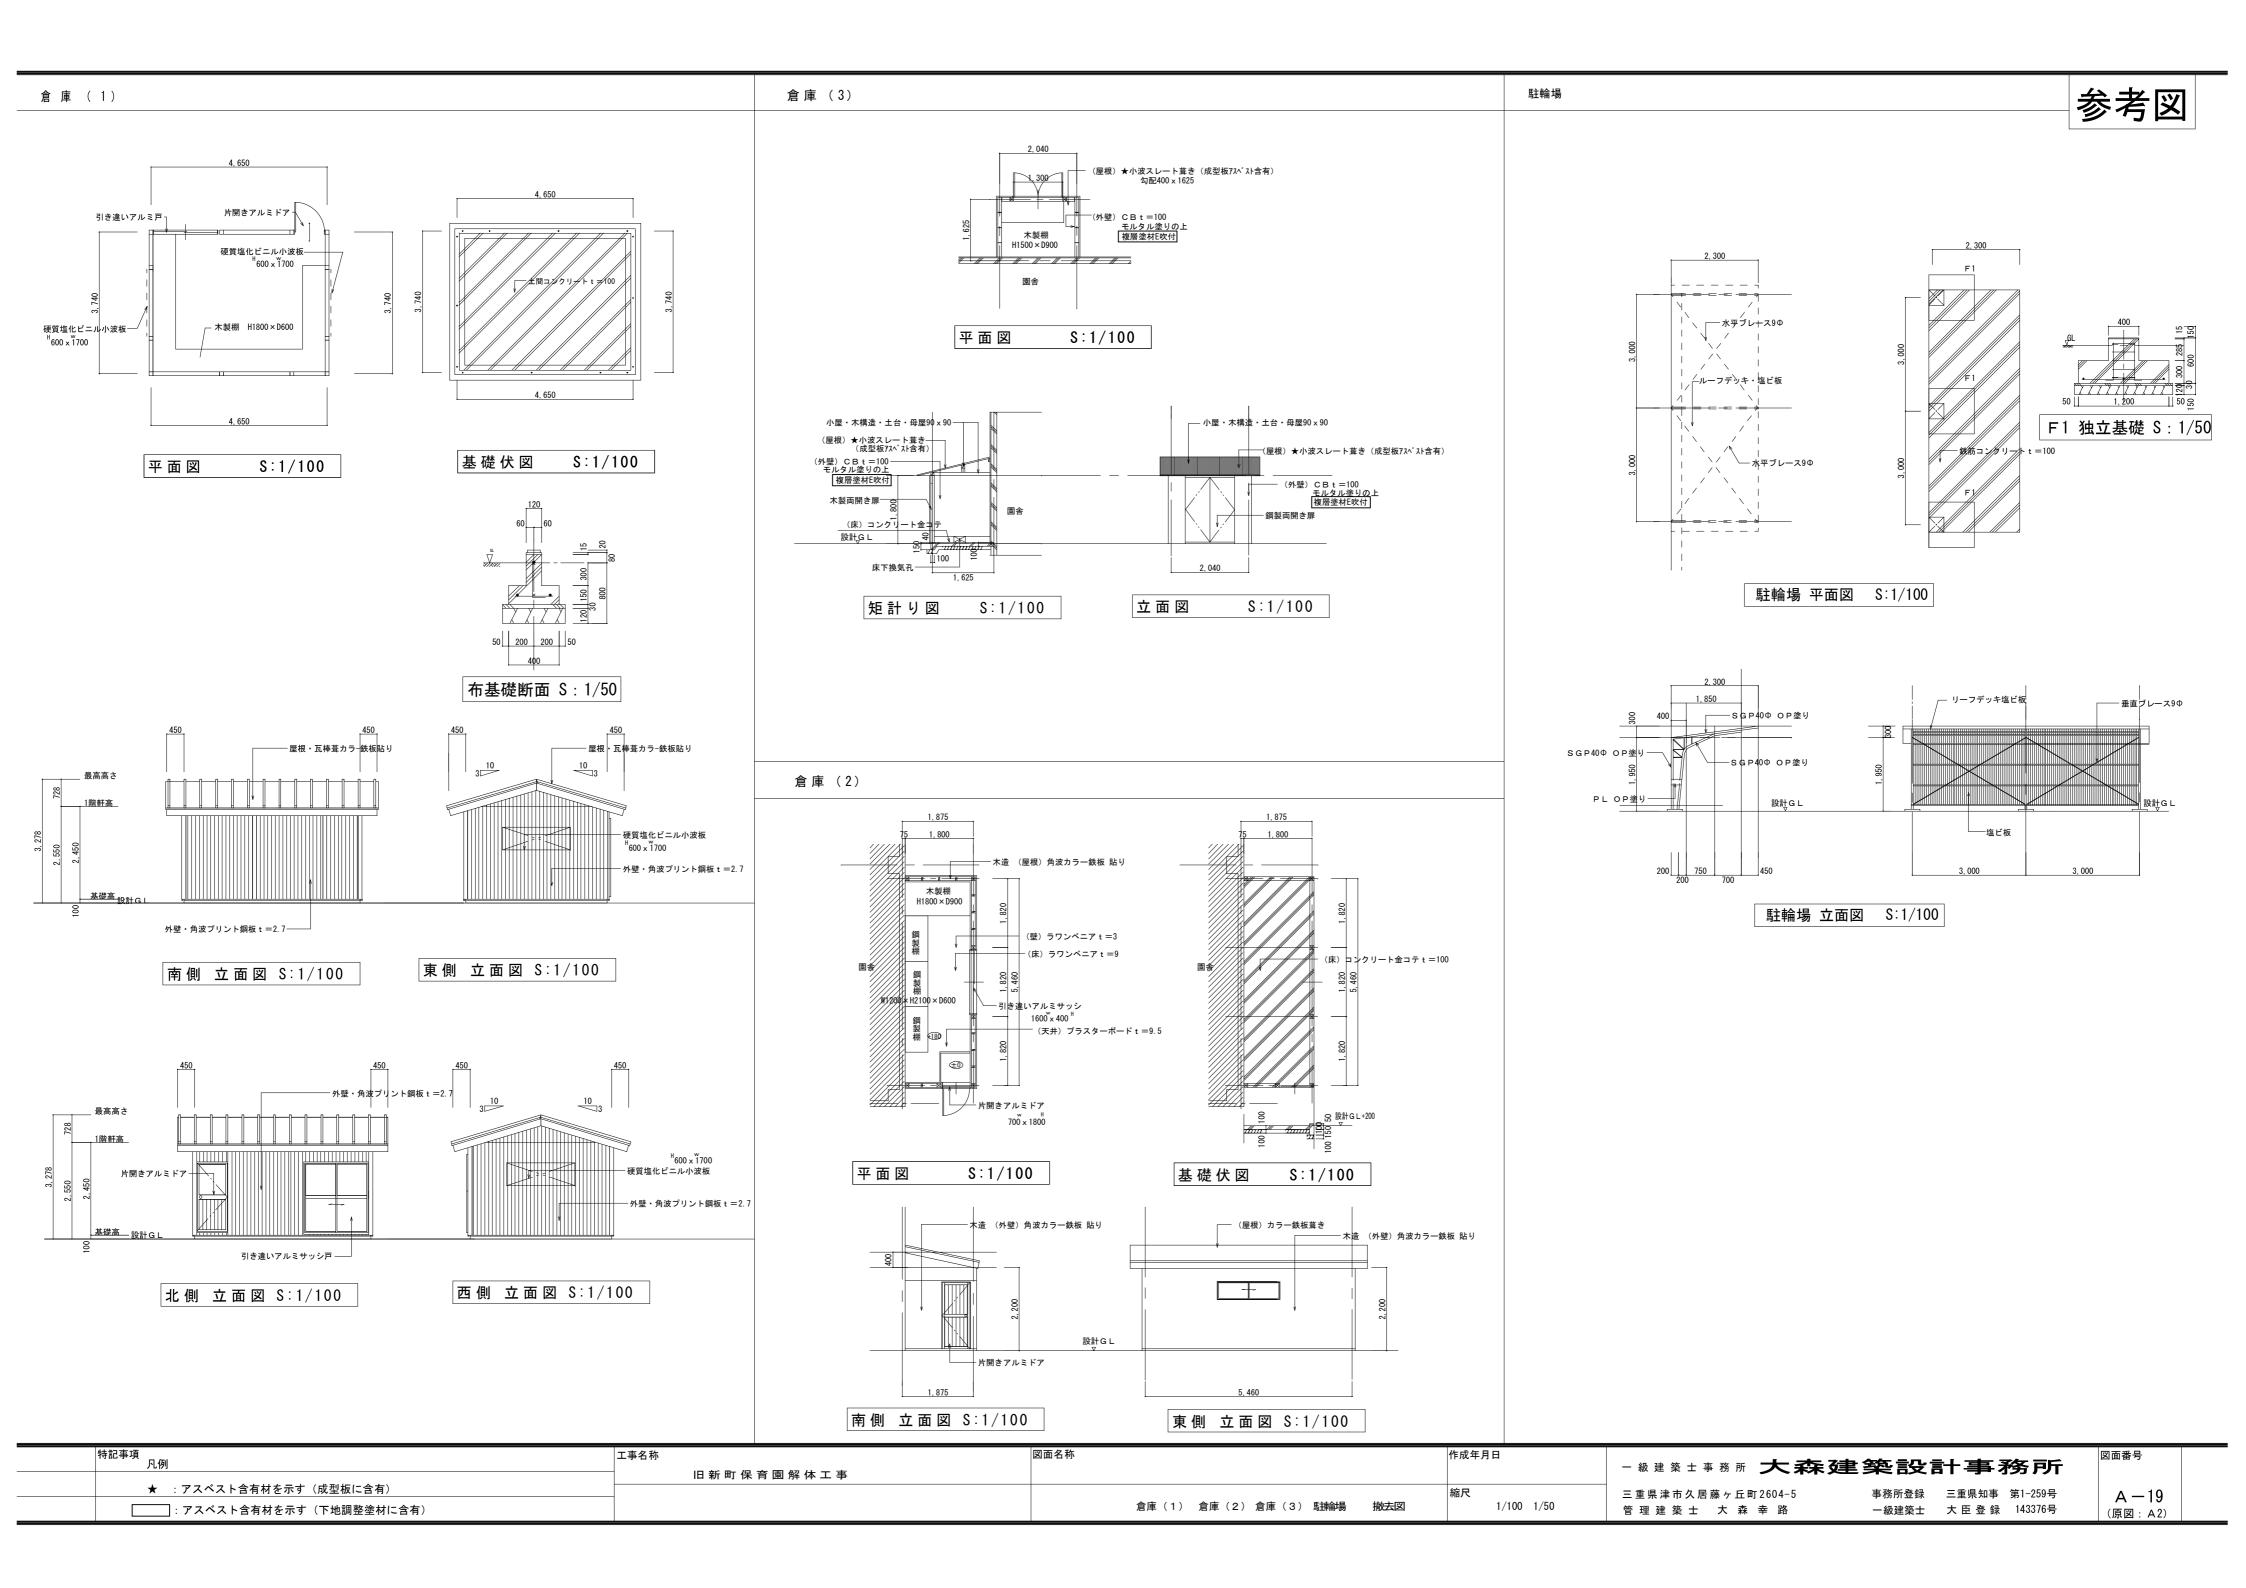

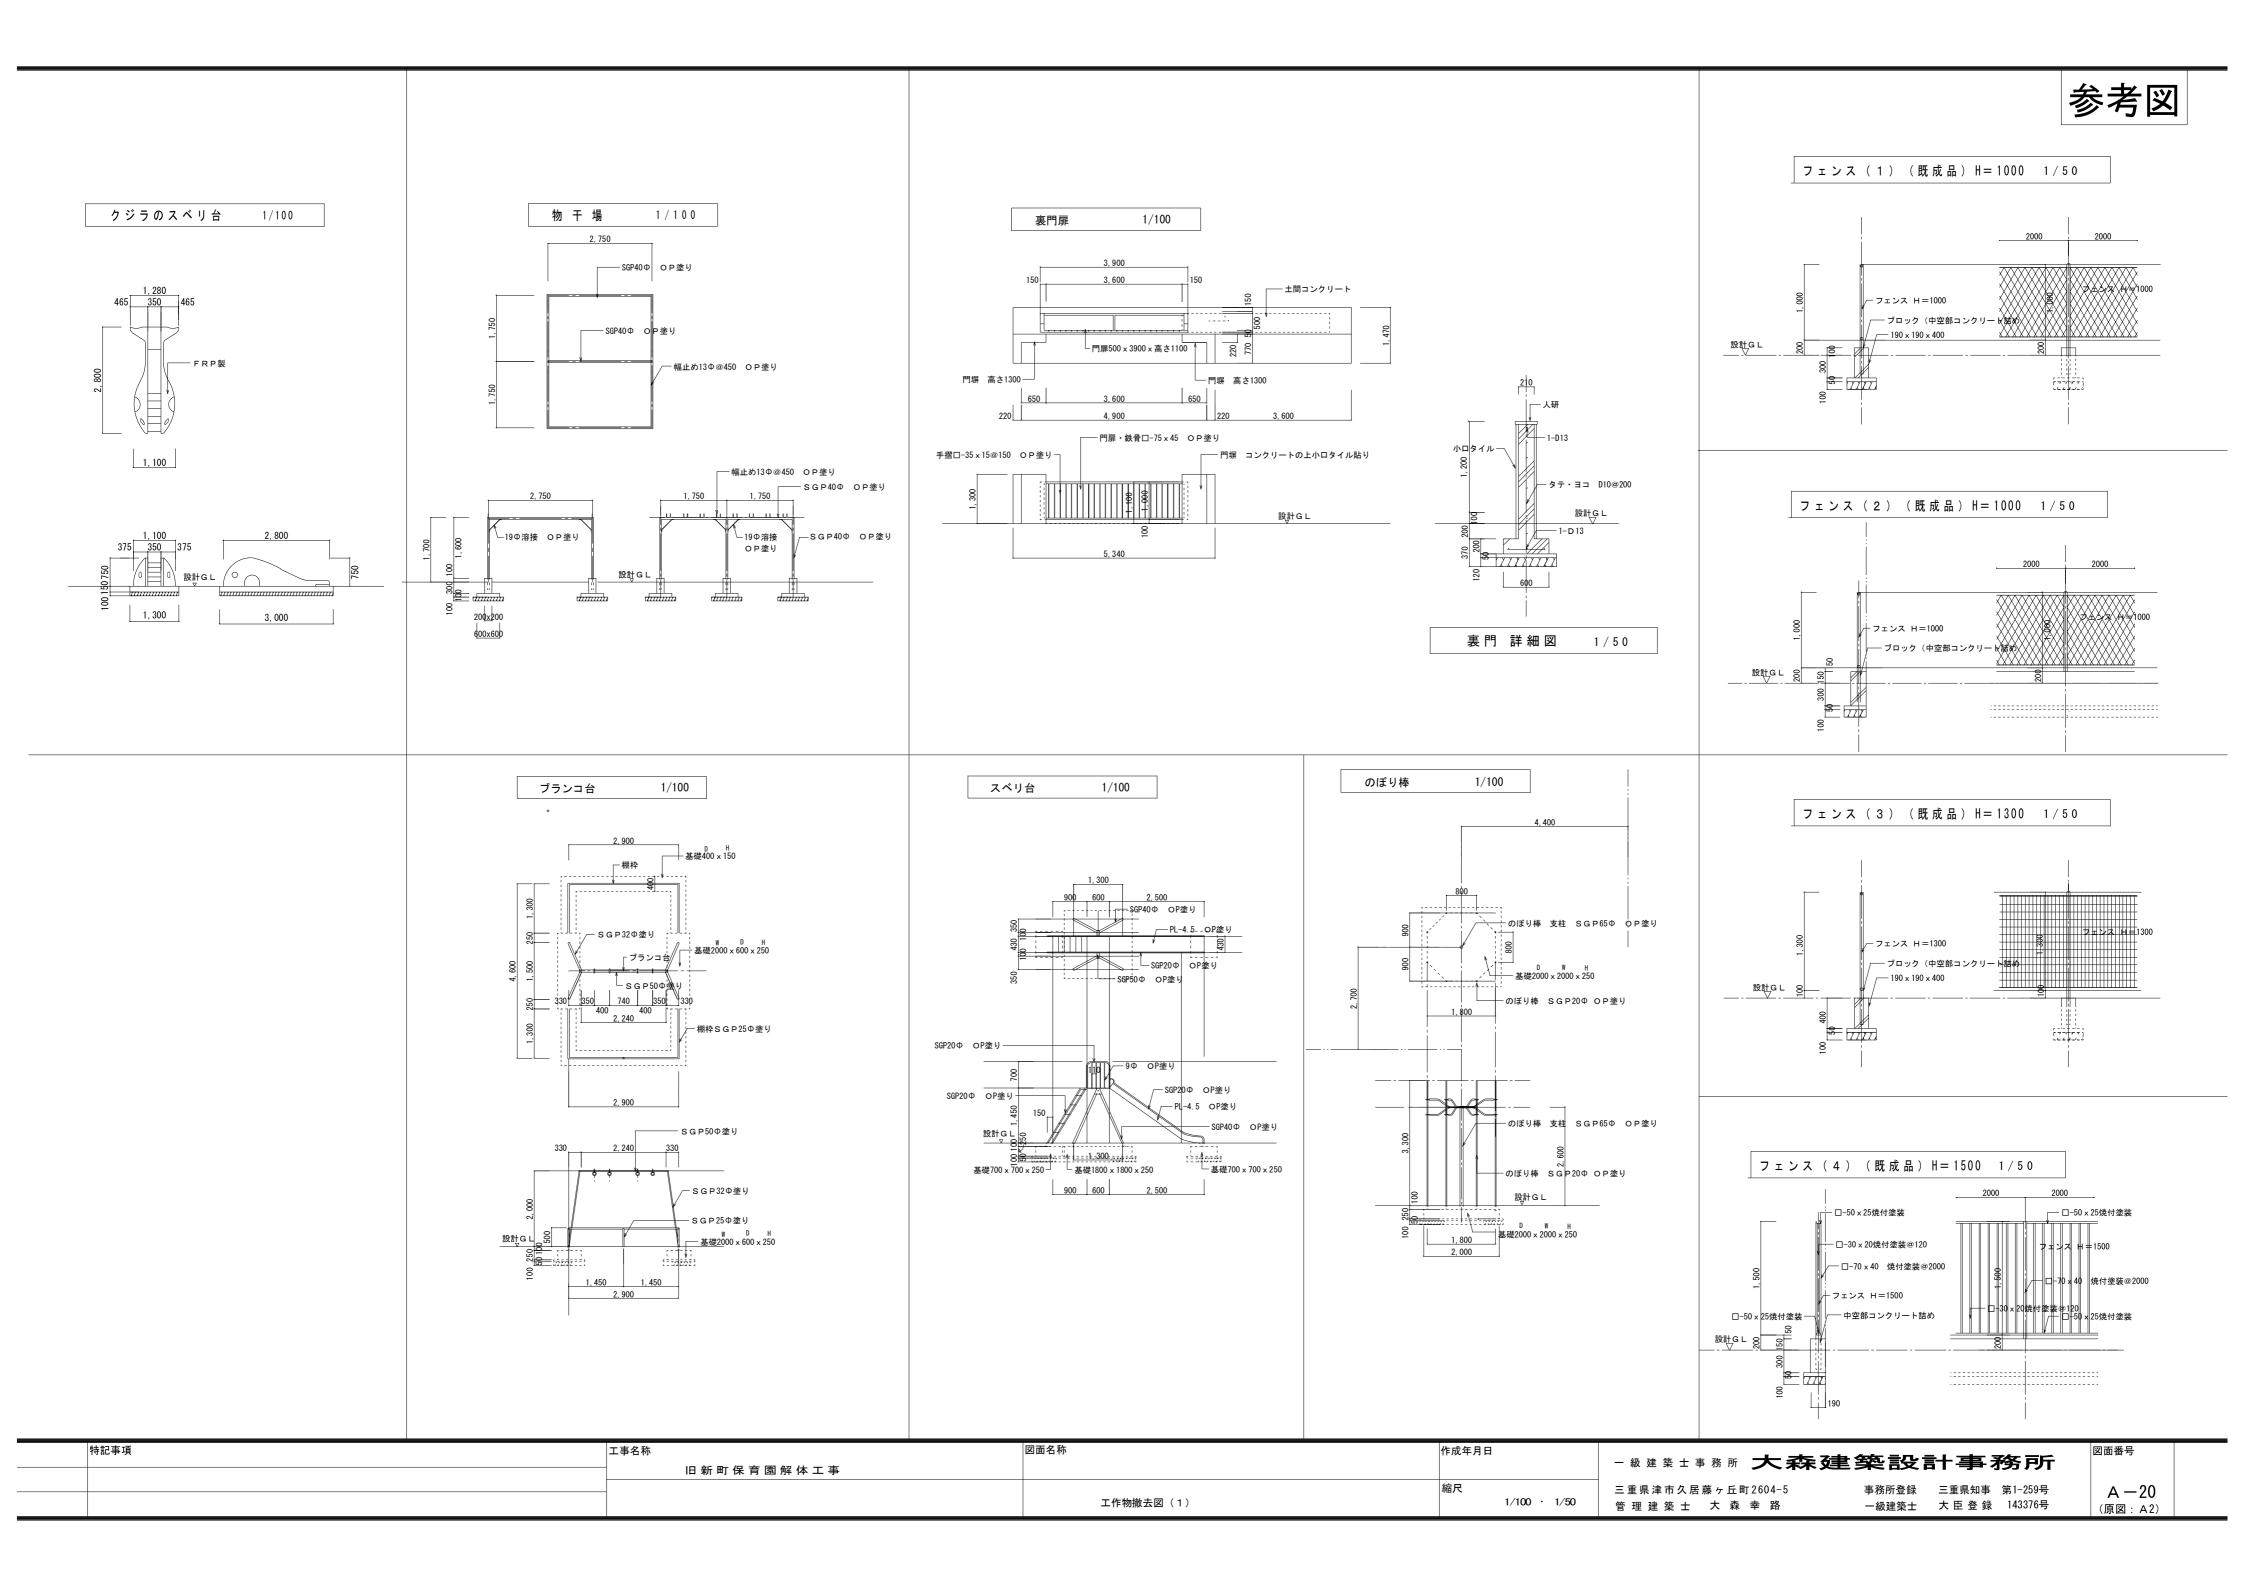

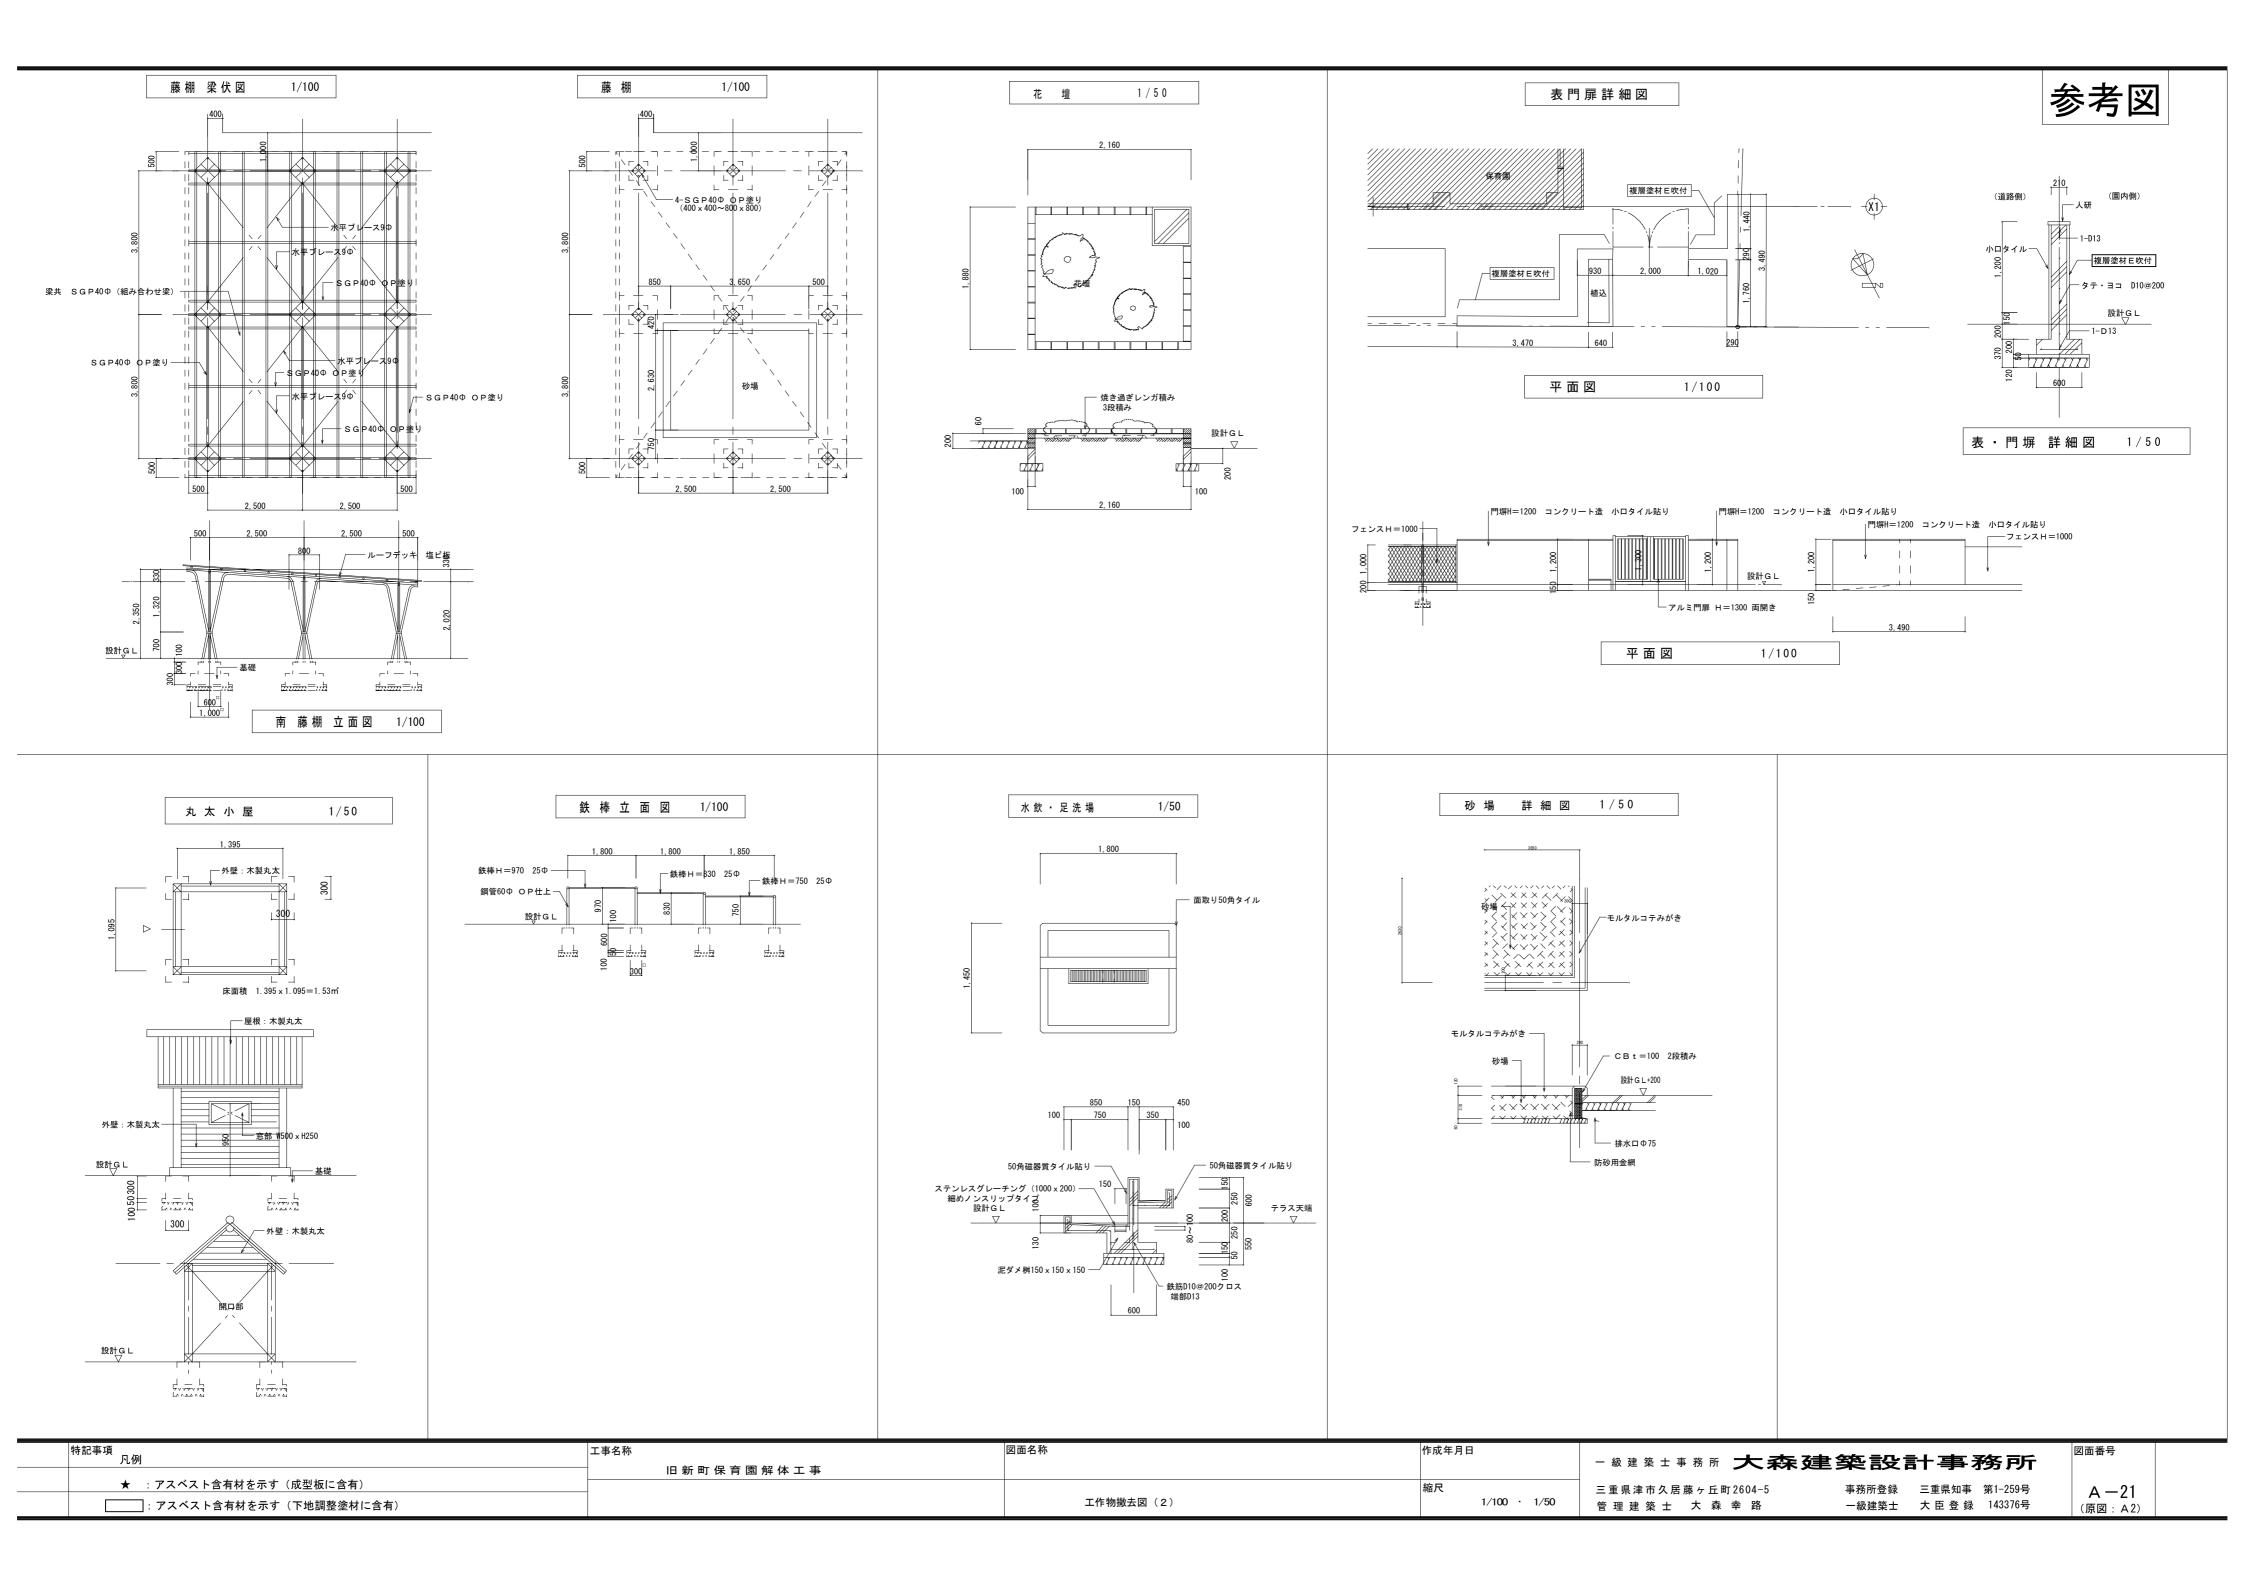

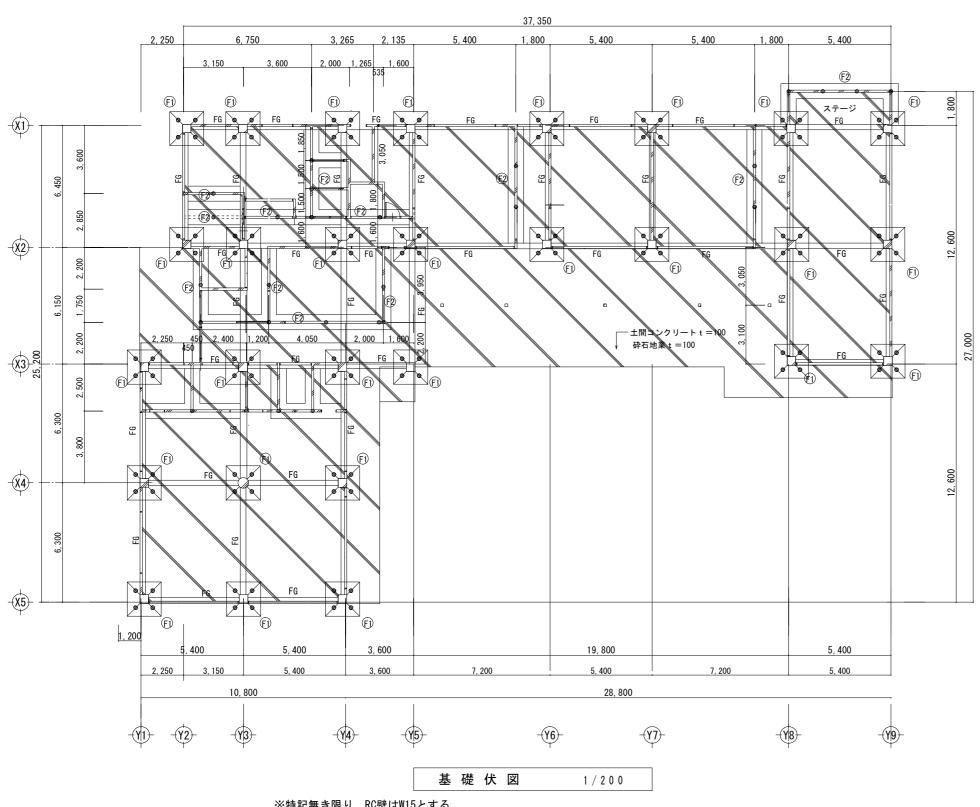

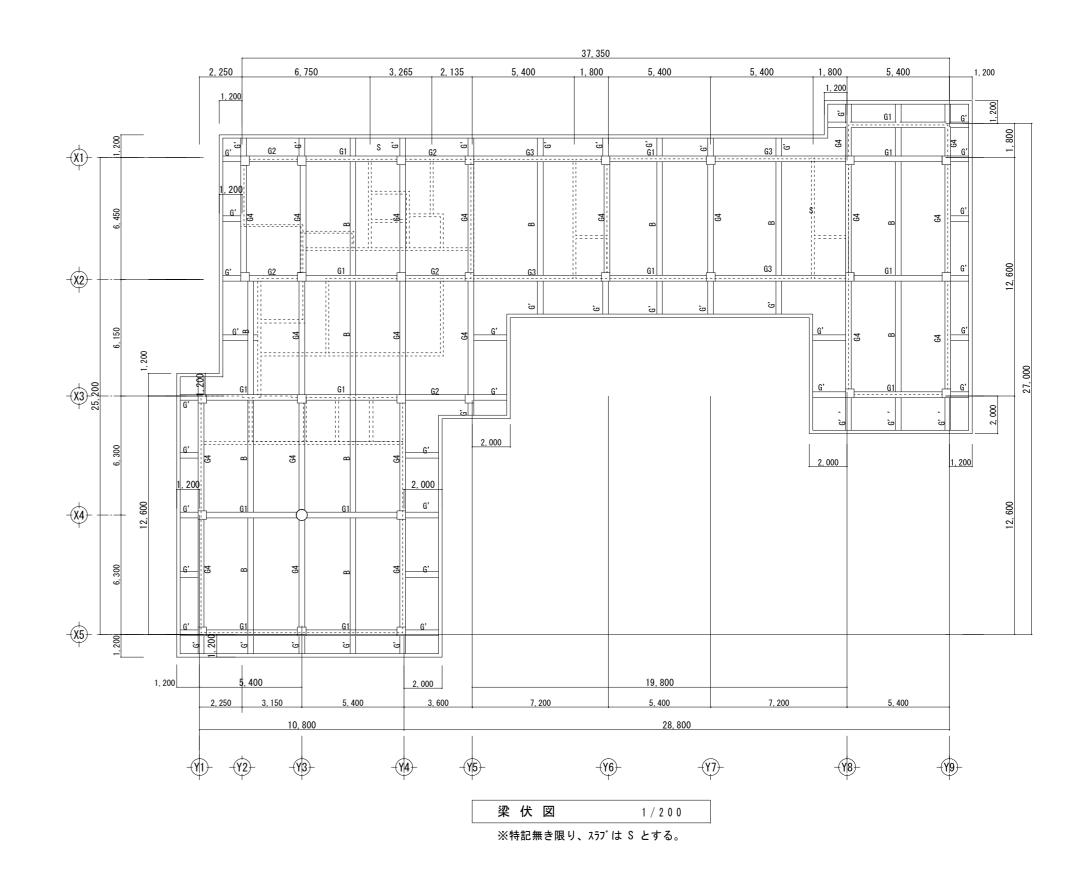

※特記無き限り、RC壁はW15とする。


※本工事は住宅地内での解体工事である為、大型ブレーカーを用いた解体を とし、圧砕工法を主体とした解体を行うこと。また土間コンクリート等の 禁止撤去においてもコンクリートカッター等で切断したうえ圧砕機での取 り壊しを行うこと。


凡例 武智三角杭 φ250 L=5,000

杭合計 137本

杭抜きはケーシング工法により行い、杭抜き後は川砂の類により埋め戻すこと。 また、本敷地境界から杭撤去埋め戻し位置が確認できるよう杭頭位置の測量を行い提出する事。

特記事項	工事名称 旧新町保育園解体工事	図面名称	作成年月日	- 級建築士事務所 大森建	築設計事務所	図面番号
		基礎代図・梁伏図	縮尺 1/200	三重県津市久居藤ヶ丘町2604-5 管 理 建 築 士 大 森 幸 路	事務所登録 三重県知事 第1-259号 一級建築士 大臣登録 143376号	A — 22 (原図: A2)

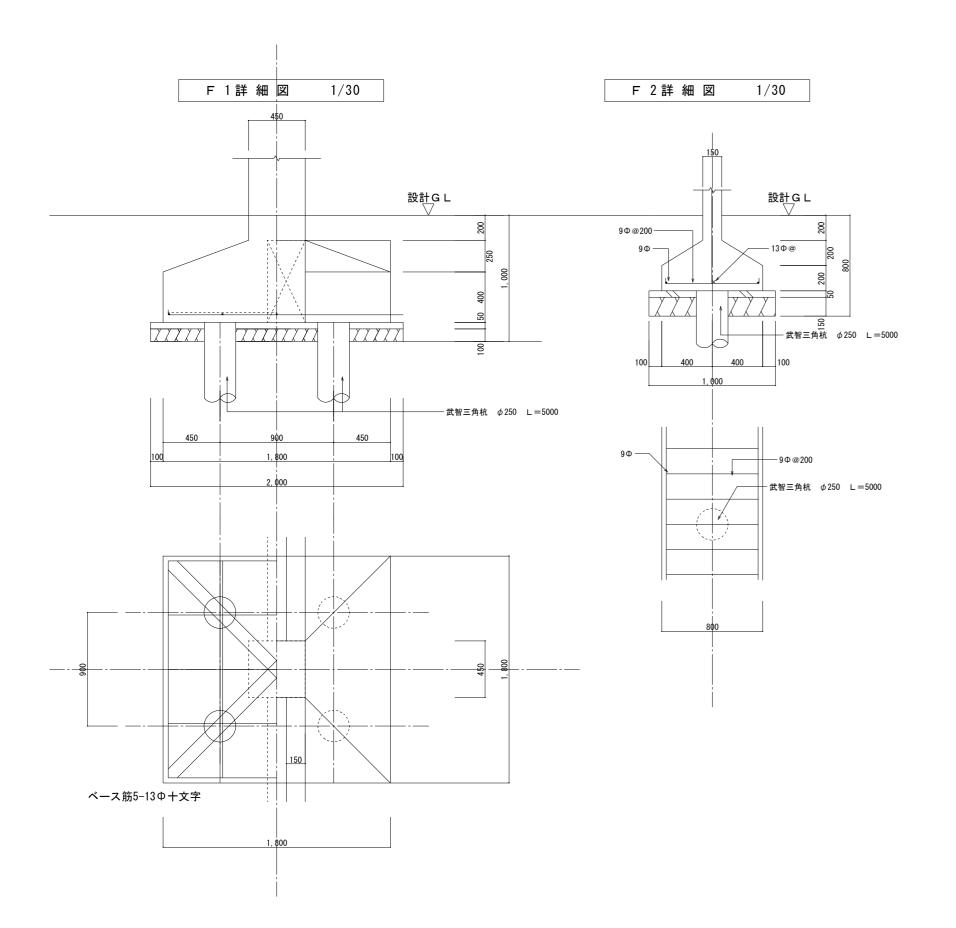

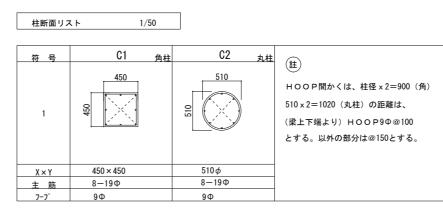


1/50

基礎断面リスト




符号	G1)		(G2)		G3		(G4)		В	
位 置	端部	中央	端部	中央	端部	中央	端部	中央	端部	中央
形状寸法										
B x D	300 × 600		300 × 600		300 × 600		300 × 600		300 × 600	<u>/</u>
上筋	6−19 Φ	2—19Ф	6-19Ф	2-19Ф	6-19Ф	2—19Ф	5—19Ф	2—19Ф	4—19Ф	2-19Ф
下 筋	2—19Ф	4-19Ф	2—19Ф	2—19Ф	2-19Ф	6-19Ф	2—19Ф	3—19Ф	2—19Ф	3—19Ф
S T	9Ф	@250	9Ф	@250	9Ф	@250	9 Φ	@250	9 4	@250
腹筋	2-	•9Ф	2-	9Ф	2-	9Ф	2-	-9Ф	2-	-9Ф
符号	FG		(G')		鼻沒	η. Ε	<u>G'</u>)			
位 置	端部	中央	端部	中央	端部	中央	端部	中央		
形状寸法					00 // / / / / / / / / / / / / / / / / /	00 / / / / / / / / / / / / / / / / / /				
B x D 上 筋	300 x 650 3—19 Ф	∠ 3—19Ф	300 x 450 4—19 Ф	∠ 4—19Ф	2—16Ф	2—16Ф	300 x 450 5—19Ф	∠ 4—19Φ		
-	3-19Φ 3-19Φ	3-19Φ 3-19Φ	4-19Φ 2-19Φ	4-19Φ 2-19Φ	2-16Φ 2-16Φ	2-16Φ 2-16Φ	5-19Φ 2-19Φ	2-19Φ	-	
下 筋 S T		@250		<u>2-19Ψ</u> @250		<u>2</u> —16Ψ @250		2-19Ψ 0@250	_	
$\overline{}$		·9 Φ	9Ψ	@ZJU	9Ψ	@ZJU	94	, @ ZJU	_	
腹筋	2-	.μΨ							J	

特記事項	工事名称 旧新町保育園解体工事	図面名称	作成年月日	一級建築士事務所大森建築設計事務所	図面番号
		基 礎 詳 細 図	縮尺 1/30 1/50	三重県津市久居藤ヶ丘町2604-5事務所登録三重県知事 第1-259号管理建築士 大 森 幸 路一級建築士 大 臣 登録 143376号	A — 23 (原図: A2)

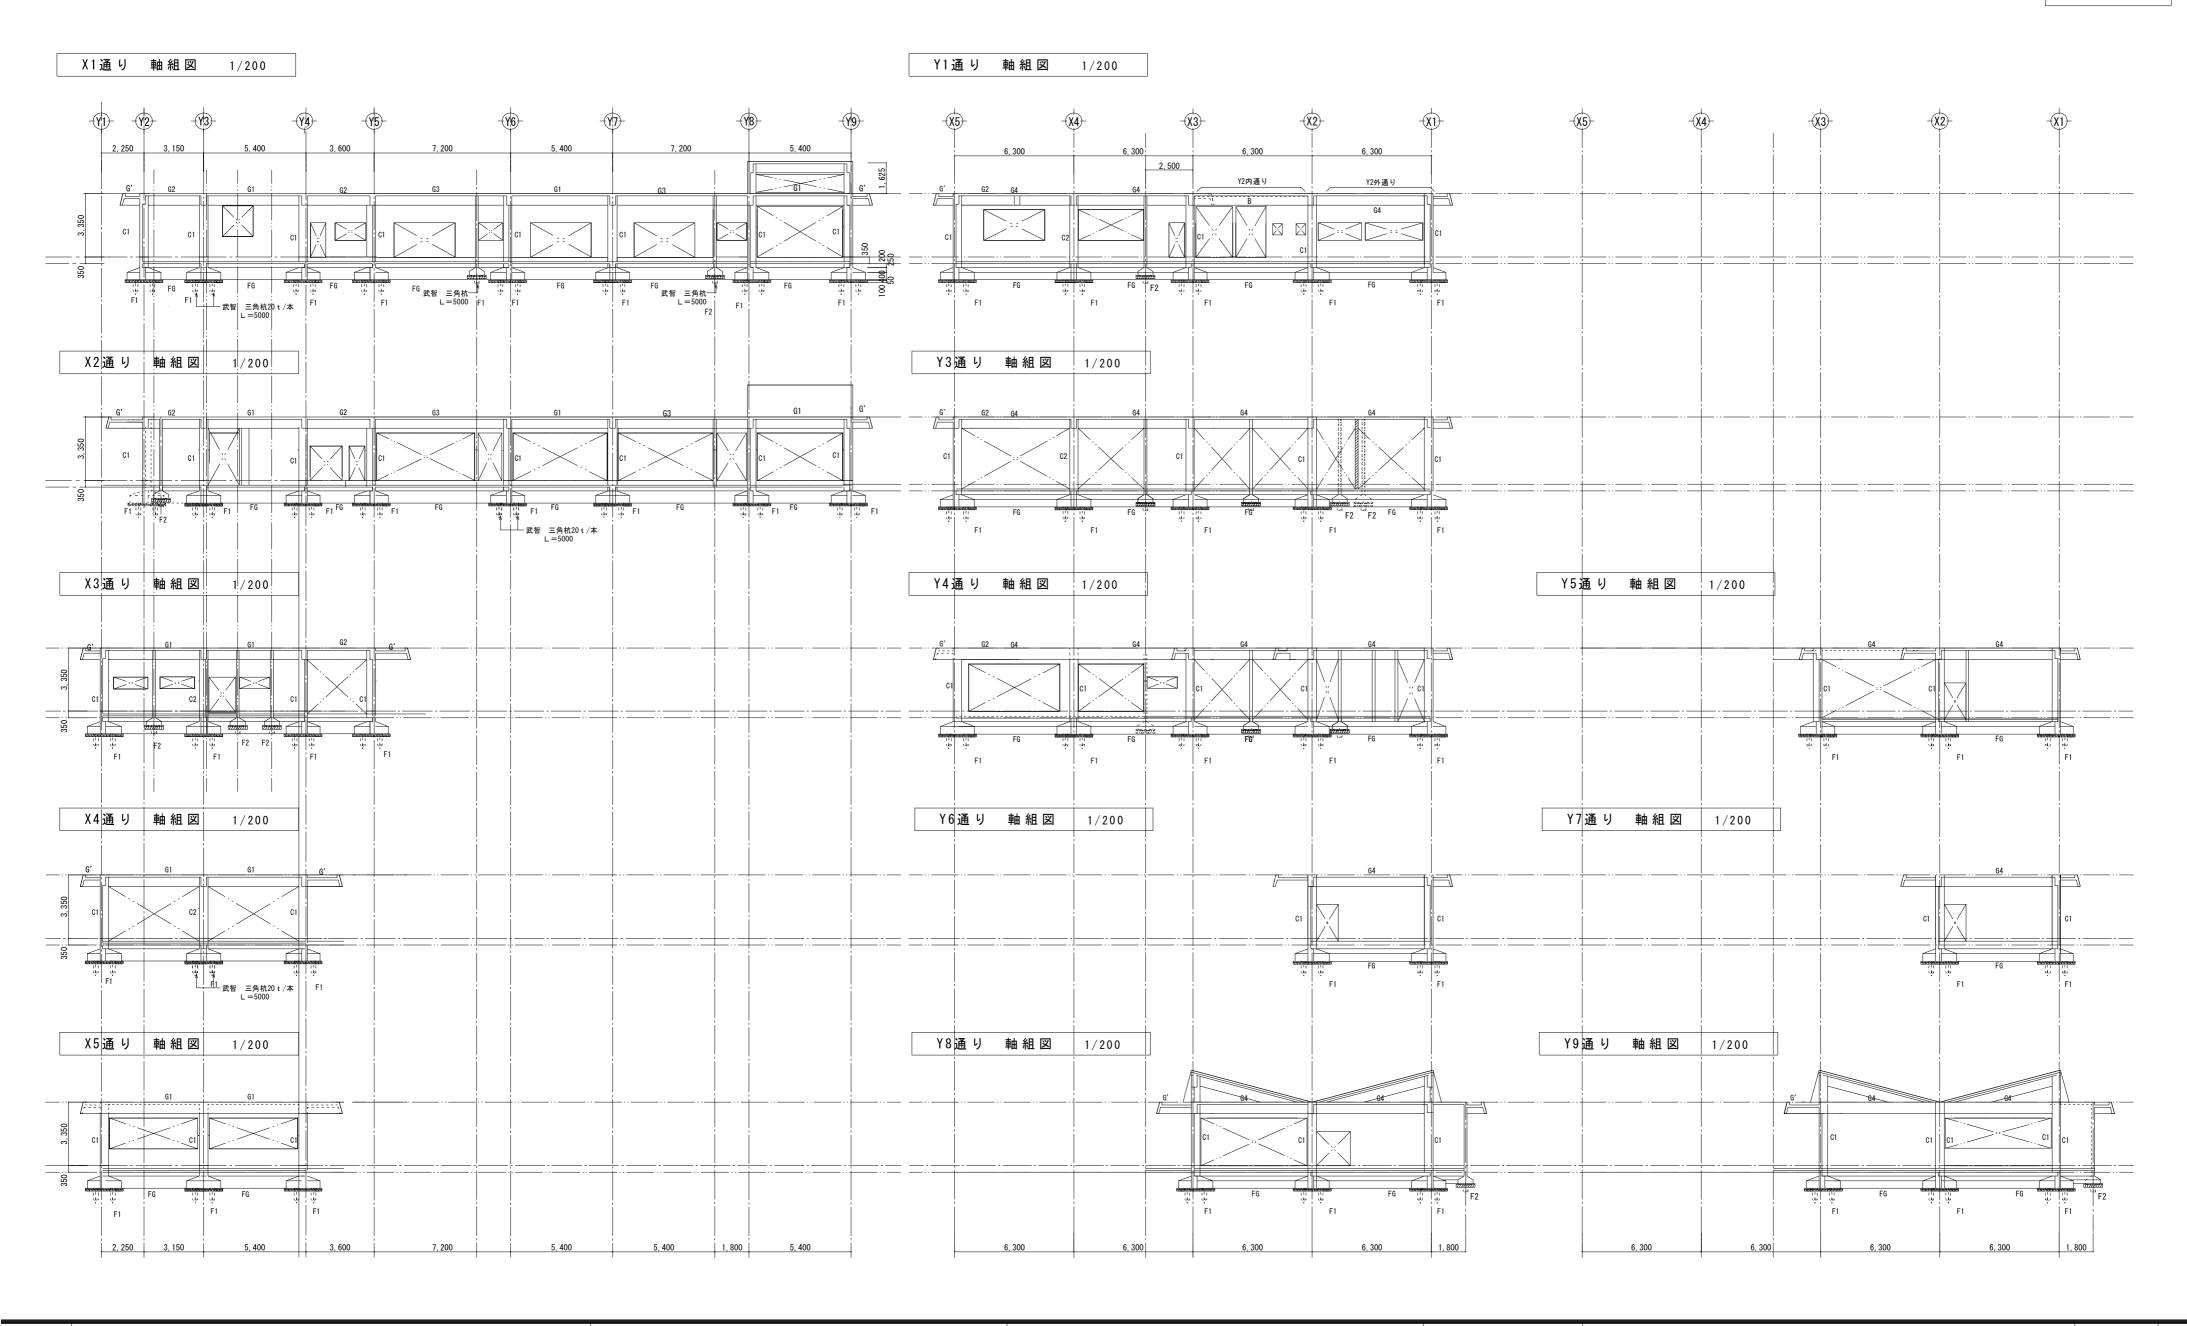

特記事項 ————————————————————————————————————	 図面名称	作成年月日	一級建築士事務所 大森	建築設計事務所	図面番号
	軸組図	縮尺 1/200	三重県津市久居藤ヶ丘町2604-5 管理建築士 大森幸路	事務所登録 三重県知事 第1-259号 一級建築士 大 臣 登 録 143376号	A — 24 (原図: A2)

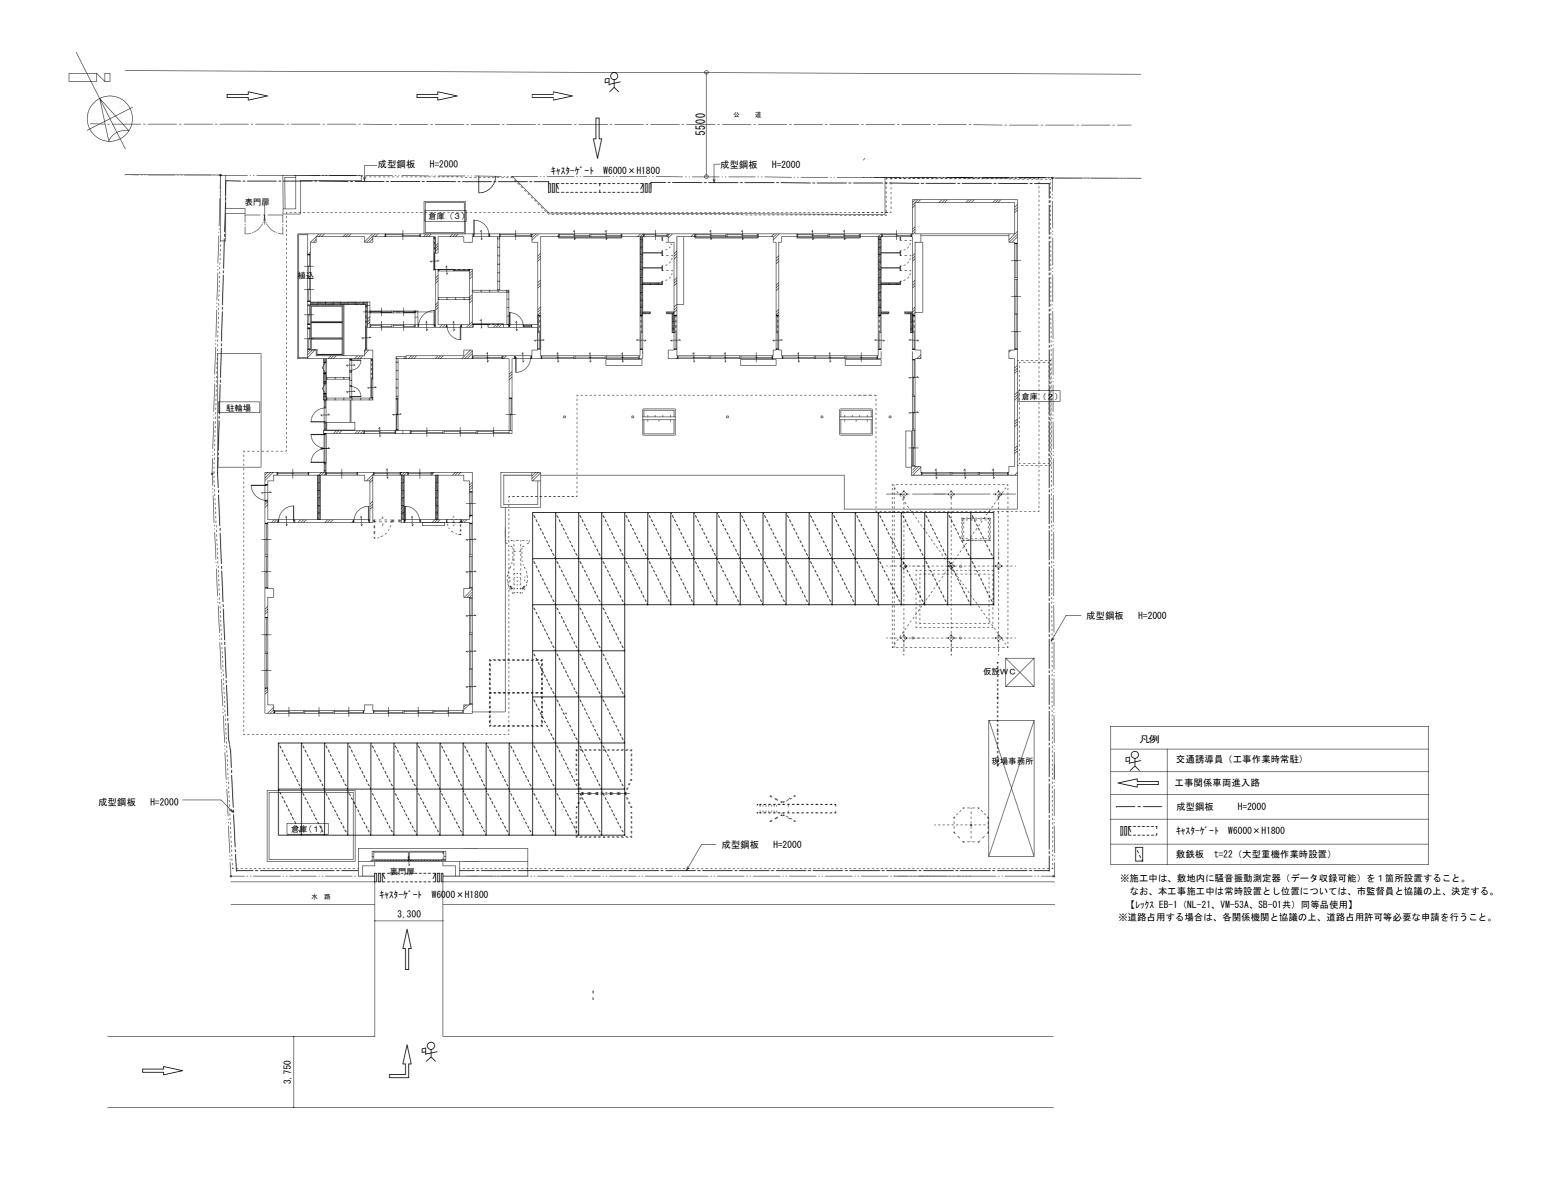

配 置 図 1/200

特記事項 	工事名称 旧新町保育園解体工事	図面名称	作成年月日	一級建築士事務所 大森建築設計事務所	図面番号
		総合仮設計画図	縮尺 1/200	三重県津市久居藤ヶ丘町2604-5 事務所登録 三重県知事 第1-259号 管理建築士 大森幸路 一級建築士 大臣登録 143376号	A — 25 (原図: A2)

