

	No. 0	No. 1	No. 1+13.3	No. 2	No. 2+15.7	No. 3+0.8
振剤	m2	0.96	—	0.01	0.60	0.24
床張り	m2	0.68	0.44	0.50	0.68	0.86
埋設し	m2	0.36	0.22	0.32	0.36	0.46
不陸整正(1)	m	2.30	2.30	2.30	2.30	2.50
路盤・盛土(1)	m	3.10	3.10	3.10	3.10	3.30

1号工事箇所  
【道路新設改良工事】  
※この図面はA1サイズを原寸とする。

工事名	令和3年度北道新第1号 藤方第4号線ほか3線道路改良工事
施工箇所名	津市藤方地内
図面名	平面図・標準横断面図・側溝工展開図
縮尺	図示
事業所名	津市建設部津北工事事務所

## 平面図

S=1:500




## 標準横断面図

S=1:50

NO. 0+7.0付近

DL=8.00

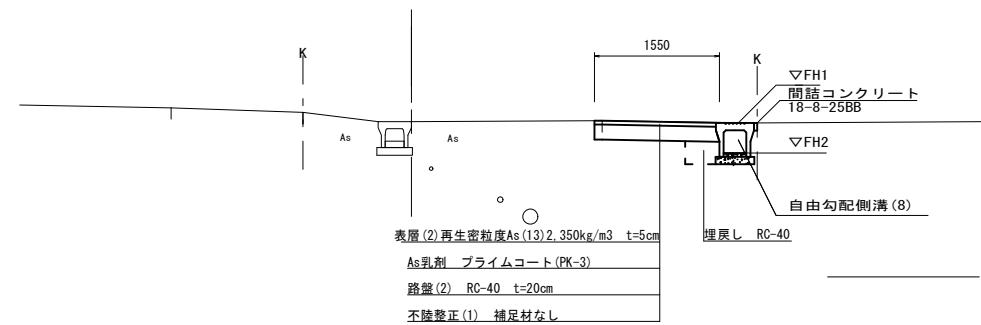


DL= 8.00

	NO. 0	NO. 0+7.0	NO. 1+0.2
塗料	m <sup>2</sup> 0.15	0.39	0.28
床面	m <sup>2</sup> 0.45	0.45	0.45
埋戻し	m <sup>2</sup> 0.13	0.13	0.13
不陸整正(1)	m 0.60	1.15	1.10
路盤(2)・表層(2)	m 1.00	1.55	1.50
間詰コンクリート	m <sup>2</sup> 0.01	0.01	0.01

## 自由勾配側溝展開図

V=1: 25

H=1:100

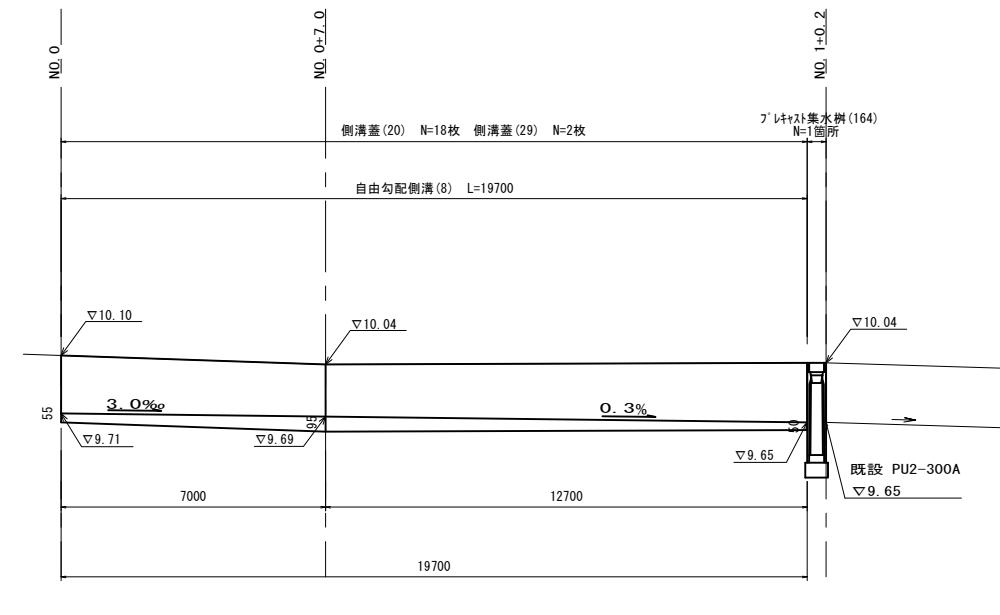

2号工事箇所  
【道路新設改良工事】  
※この図面はA1サイズを原寸とする。

工事名	令和3年度北道新第1号 藤方第4号線ほか3線道路改良工事		
施工箇所名	津市藤方地内		
図面名	平面図・標準横断面図・自由勾配側溝展開図		
縮尺	図示	図面番号	2/5
事業所名	津市建設部津北工事事務所		

平面図


S=1:500



標準横断面図

S=1:50

No. 1

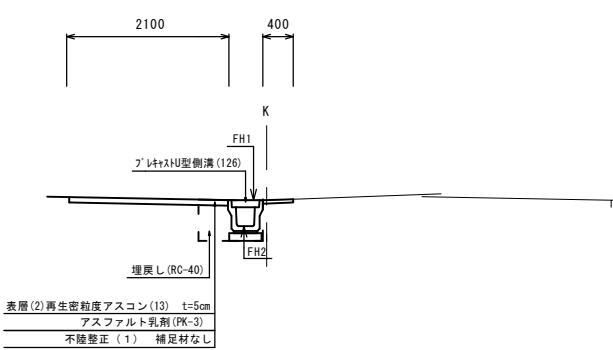

	No. 0-1.0~No. 0	No. 0 (同所)	No. 0+5.4	No. 0+16.0	No. 1	No. 1 (同所)	No. 1+12.1	No. 2	No. 2+4.3	No. 2+4.3 (同所)	No. 3	No. 3+18.3
舗装版破碎(1)	m	4.0	3.1	2.6	2.1	2.1	2.1	1.7	1.6	1.6	1.6	1.6
舗装版破碎(2)	m	-	0.9	1.2	0.9	0.9	0.3	1.2	1.2	1.4	0.2	0.2
表層(2)	m	4.0	3.5	3.3	2.5	2.5	2.5	2.5	2.5	2.5	2.5	2.5
不陸整正(1)	m	4.0	3.5	3.3	2.5	2.5	2.5	2.5	2.5	2.5	2.5	2.5
床掘り	m2	-	0.41	0.41	0.41	0.41	0.41	0.41	0.41	0.41	0.41	0.41
埋戻し	m2	-	0.19	0.19	0.19	0.19	0.19	0.19	0.19	0.19	0.19	0.19

No. 3+18.3 (同所) No. 4

No. 4+4.4 No. 4+4.4 (同所) No. 4+10.3

	No. 3+18.3 (同所) No. 4	No. 4+4.4 No. 4+4.4 (同所) No. 4+10.3				
舗装版破碎(1)	m	2.7	2.7	2.7	1.3	1.3
舗装版破碎(2)	m	-	-	-	-	-
表層(2)	m	2.7	2.7	2.7	2.7	2.7
不陸整正(2)	m	2.7	2.7	2.7	2.7	2.7
床掘り	m2	-	-	-	-	-
埋戻し	m2	-	-	-	-	-

	No. 0	No. 0+16.0	No. 1+7.5	No. 2+1.7	No. 3	No. 3+18.3
FH1	9.95	10.02	9.98	10.02	10.06	10.20
FH2	9.61	9.68	9.58	9.68	9.72	9.86


3号工事箇所  
【道路維持工事】

※この図面はA1サイズを原寸とする。	
令和3年度北道新第1号	
工事名	藤方第4号線ほか3経路改良工事
施工箇所名	津市藤方地内
図面の種類	平面図・標準横断面図
縮尺	図示
事業所名	津市建設部津北工事事務所
	3/5

## 4号工事箇所

### 平面図


S=1:1000

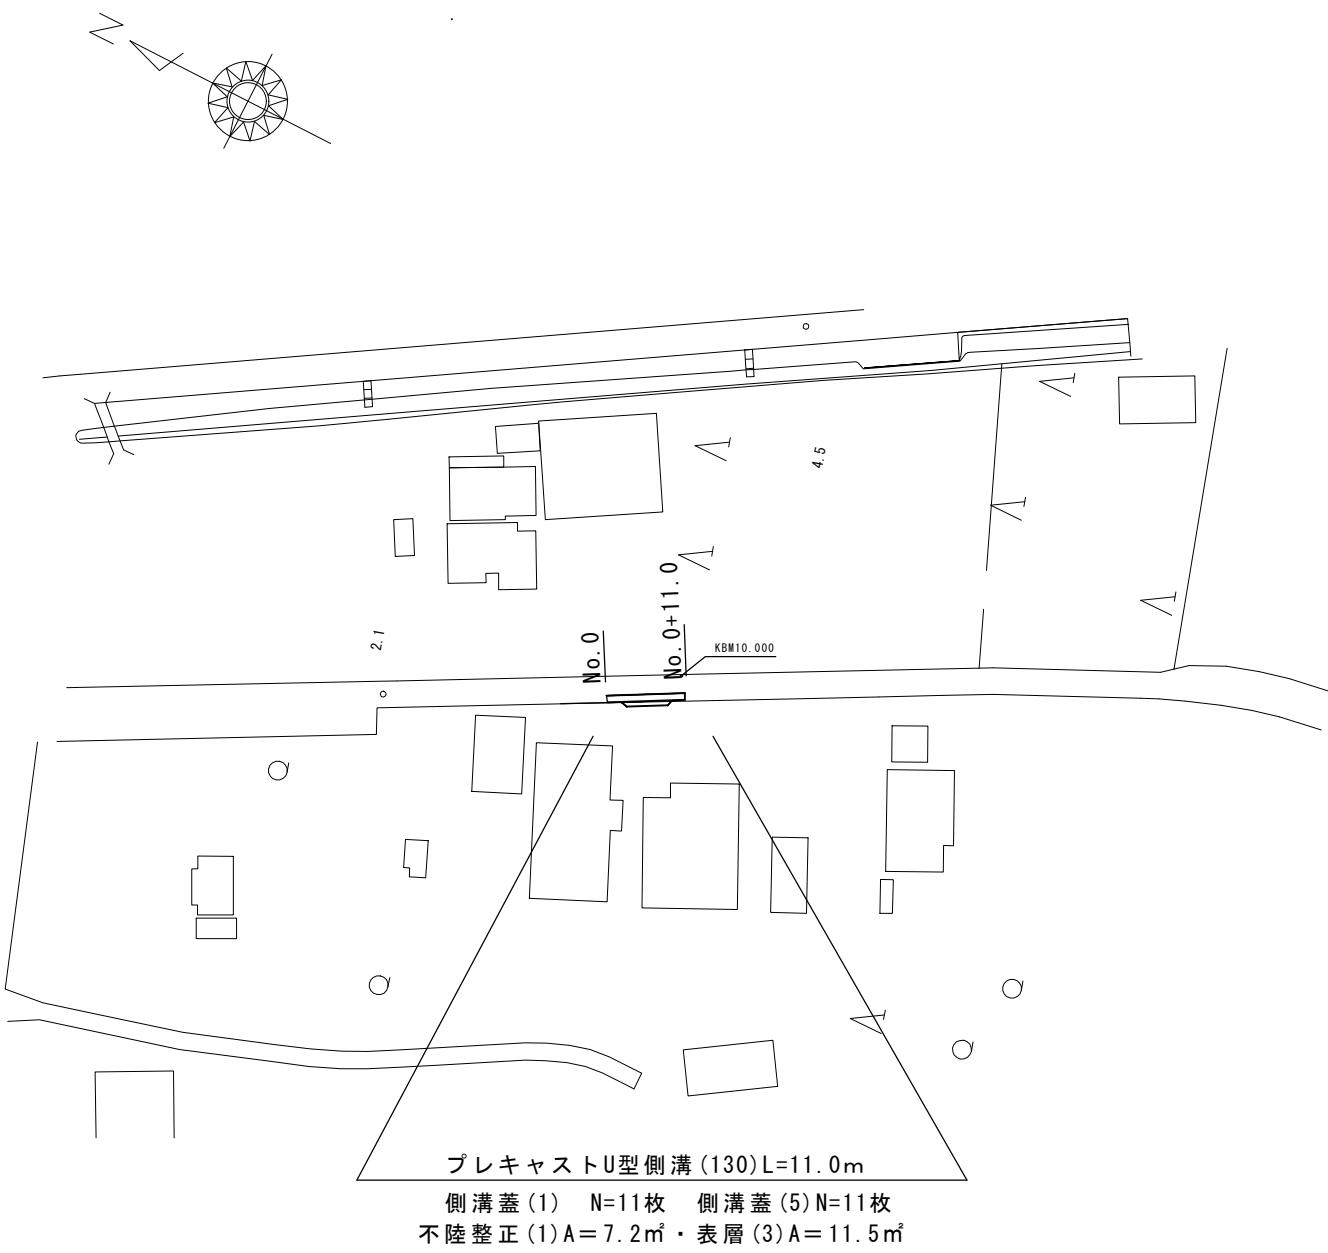

### 標準横断面図

S=1:50

No. 0

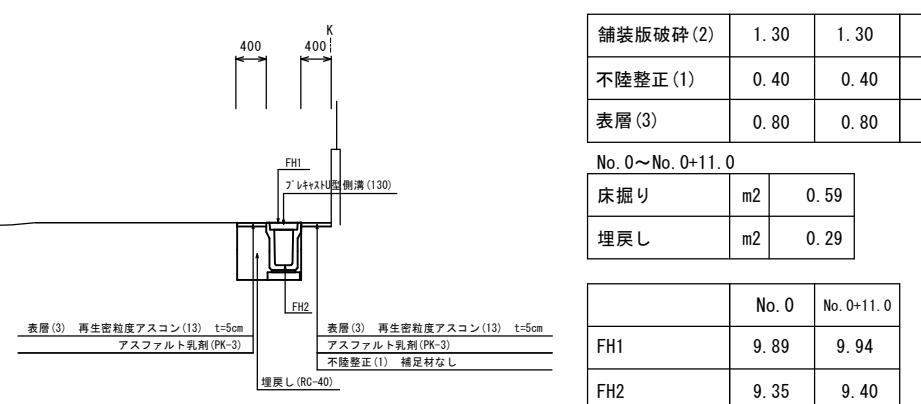


## 共通

### 工法図(1)


#### フ'レキシストU型側溝 (2) (4) (6) (8) (10) (126) (130) (T1)

S=1:20

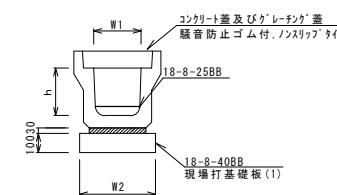

#### 自由勾配側溝 (2) ~ (4)、(8)

S=1:20

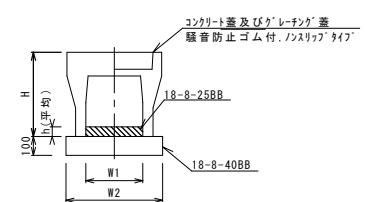

#### フ'レキシストU型側溝 (2) (4) (6) (8) (10) (T1)

10.0m当り

名 称	規 格	単 位	数 量					備 考
			(2)	(4)	(6)	(8)	(10)	
フ'レキシストU型側溝	3種	名称	250A	250B	250C	250D	250E	250F
		個	5.00	5.00	5.00	5.00	5.00	リサイクル認定製品
敷モルタル	1:3	m3	0.09	0.09	0.09	0.09	0.09	
基礎材	RC-40	m3	-	-	-	-	-	
均しコンクリート	18-8-40(BB)	m3	0.40	0.41	0.40	0.41	0.40	0.40
同上型枠		m2	2.00	2.00	2.00	2.00	2.00	
基面整正		m2	4.00	4.05	4.00	4.05	4.00	4.00
h		mm	250	300	350	400	450	500
W1		mm	250	250	250	250	250	250
W2		mm	400	405	400	405	400	400

※グレーティング蓋については、10mに1枚布設すること。

インバートコンクリート	18-8-25BB	m3	0.19	0.22	0.20	0.23	0.22	0.20
-------------	-----------	----	------	------	------	------	------	------

#### フ'レキシストU型側溝 (2) ~ (4)、(8)

10.0m当り

名 称	規 格	単 位	数 量				備 考
			(2)	(3)	(4)	(8)	
自由勾配側溝	標準用	名称	250×300	250×400	250×500	300×300	
		個	5.00	5.00	5.00	5.00	
インバートコンクリート	18-8-25BB	m3	0.22	0.21	0.28	0.22	
均しコンクリート	18-8-40BB	m3	0.45	0.45	0.47	0.50	
同上型枠		m2	2.00	2.00	2.00	2.00	
基面整正		m2	4.50	4.50	4.70	5.00	
H		mm	445	445	445	445	
h		mm	88	84	110	73	
W1		mm	250	250	250	300	
W2		mm	450	450	470	500	

※グレーティング蓋については、10mに1枚布設すること。

#### フ'レキシストU型側溝 (126) (130)


10.0m当り

名 称	規 格	単 位	数 量		備 考
			(126)	(130)	
フ'レキシストU型側溝	3種	名称	250A	250E	
		個	5.00	5.00	
敷モルタル	1:3	m3	0.09	0.09	
現場打基礎板 (1)		枚	5.00	5.00	
基面整正		m2	4.00	4.00	
h		mm	250	450	
W1		mm	250	250	
W2		mm	400	400	

※グレーティング蓋については、10mに1枚布設すること。

#### フ'レキシストU型側溝 (166) (横断用)

S=1:20

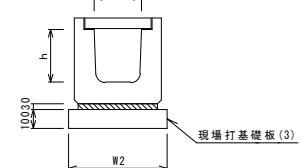


#### フ'レキシストU型側溝 (166)

10.0m当り

名 称	規 格	単 位	数 量		備 考
			(166)		
フ'レキシストU型側溝	横断用	名称	6250A		リサイクル認定製品
		個	10.00		
敷モルタル	1:3	m3	0.08		
現場打基礎板 (3)		枚	5.00		
基面整正		m2	5.60		
h		mm	2.80		
W1		mm	250		
W2		mm	50		

#### フ'レキシストU型側溝 (121) (192)

10.0m当り

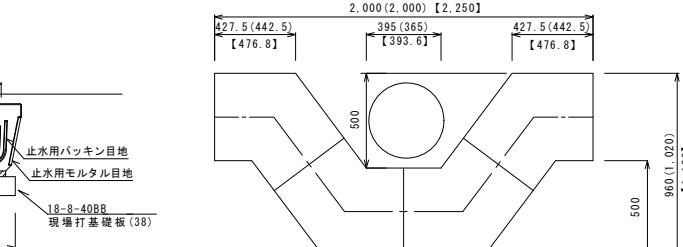

※( )は、300の寸法【】は、400の寸法

#### フ'レキシストU型側溝 (121) (192)


10.0m当り

名 称	規 格	単 位	数 量		備 考
			(121)	(192)	
フ'レキシストU型側溝	電柱よけ	名称	250	250	L=25m/10箇所
	暗渠	個	40.00	40.00	
敷モルタル</					

## 工法図(2)


### L型側溝(6)

S=1:10

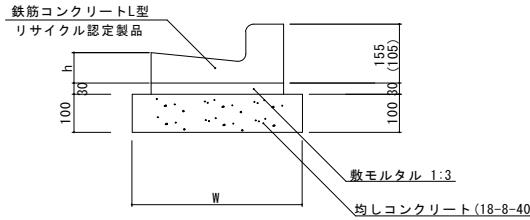

(6)型は、斜乗入用のL型側溝とする。

L型側溝(6)				10.0m当たり
名 称	規 格	単位	数 量	摘 要
L型側溝	1-250A	個	-	リサイクル認定製品
L型側溝	1-250B	個	16.5	リサイクル認定製品
L型側溝	1-300	個	-	リサイクル認定製品
L型側溝	1-350	個	-	リサイクル認定製品
敷モルタル	1:3	m <sup>3</sup>	0.14	
均しコンクリート	18-8-40BB	m <sup>3</sup>	0.45	
均し型枠		m <sup>2</sup>	2.00	
基面整正		m <sup>2</sup>	4.50	
W		mm	450	
h		mm	85	

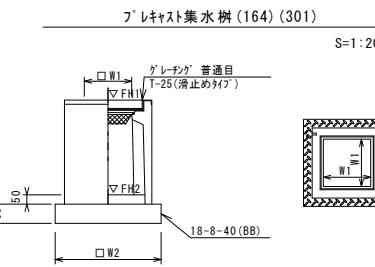

※ケーリングについて、110°開閉式を用いること。

フ'レキシスト集水樹(164)				10箇所当たり
名 称	規 格	単位	数 量	備 考
フ'レキシスト集水樹	(164)	個	10.00	AS樹同等品以上
インバートコンクリート	18-8-25(BB)	m <sup>3</sup>	0.05	t=50
基礎材	RC-40	m <sup>2</sup>	-	
均しコンクリート	18-8-40(BB)	m <sup>3</sup>	0.36	
同上型枠		m <sup>2</sup>	2.40	
基面整正		m <sup>2</sup>	3.60	
タイプ		m <sup>2</sup>	300×300×600	
蓋タイプ(Gr)			T-25 普通目	
W1		mm	300	
W2		mm	600	

フ'レキシスト集水樹基準高さ一覧表			
測 点	天端高さ △FH1	樹底高さ △FH2	備 考
No. 1+0.2	FH1 = 10.04	FH2 = 9.49	(164) 2号
No. 0	FH1 = 9.95	FH2 = 9.4	(301) 3号
No. 1+7.5	FH1 = 9.98	FH2 = 9.43	(301) 3号

フ'レキシスト集水樹(301)				10箇所当たり
名 称	規 格	単位	数 量	備 考
フ'レキシスト集水樹	(301)	個	10.00	PU樹同等品以上
インバートコンクリート	18-8-25(BB)	m <sup>3</sup>	0.03	t=50
現場打基礎板(24)		枚	10.00	
現場打基礎板(28)		枚	-	
現場打基礎板(33)		枚	-	
基面整正		m <sup>2</sup>	3.14	
タイプ		m <sup>2</sup>	250A	
蓋タイプ(Gr)			T-25 普通目	
W1		mm	250	
W2		mm	500	

### 現場打基礎板(1) (3) (24) (38)

S=1:15




現場打基礎板(1) (3) (24) (38)				10枚当たり
名 称	規 格	単位	数 量	備 考
現場打基礎板		枚	10.00	10.00
コンクリート	18-8-25(BB)	m <sup>3</sup>	0.80	1.12 0.31 1.0
同上型枠		m <sup>2</sup>	3.00	3.24 1.51 3.60
路盤紙	クラフト紙	m <sup>2</sup>	8.00	11.20 3.14 10.0
溶接金網	φ6 150×150	m <sup>2</sup>	5.70	8.74 2.12 7.2
W1		mm	300	460 460 300
W2		mm	1900	1900 460 2400

### 暗渠排水管

S=1:15


#### 暗渠排水管 土工計算書

h=1000	床掘り	0.76m <sup>3</sup> /箇所
底面平均1.2m	埋戻し	0.44m <sup>3</sup> /箇所

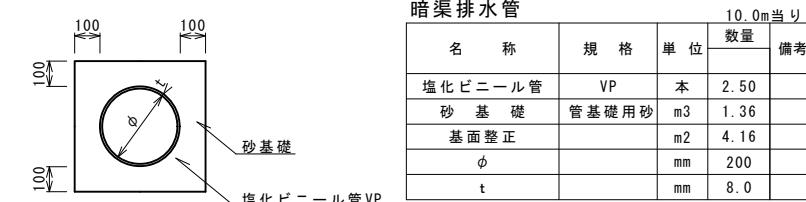


### 暗渠排水管

S=1:20

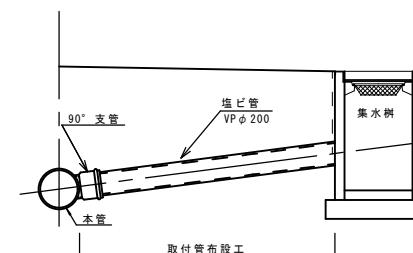

※この図面はA1サイズを原寸とする。	令和3年度北道新第1号
工事名	藤方第4号線ほか3線道路改良工事
施工箇所名	津市藤方地内
図面の種類	工法図(2)
縮 尺	図示
	図面番号
	5/5
事 業 所 名	津市建設部津北工事事務所

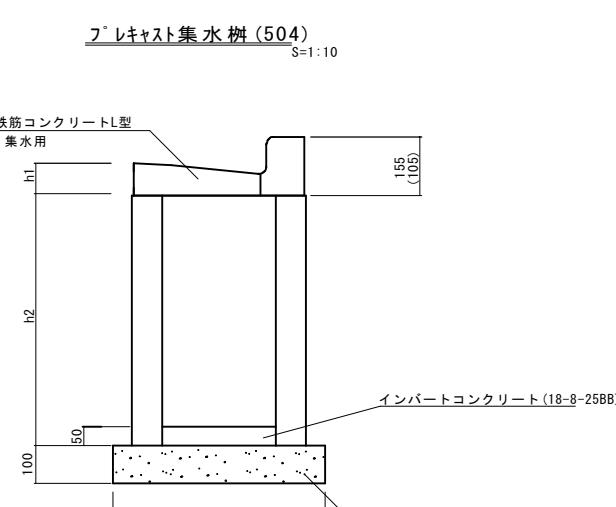

※(504)型は、乗用用のL型側溝とし、( )寸法とする。

L型側溝(504)				10箇所当たり
名 称	規 格	単位	数 量	備 考
集水樹	250×300×660	個	-	
集水樹	300×300×660	個	10.0	
集水樹	400×400×800	個	-	
L型側溝	1-250A 集水用	個	-	リサイクル認定製品
L型側溝	1-250B 集水用	個	10.0	リサイクル認定製品
L型側溝	1-300 集水用	個	-	リサイクル認定製品
L型側溝	1-350 集水用	個	-	リサイクル認定製品
インバートコンクリート	18-8-25(BB)	m <sup>3</sup>	0.05	
均しコンクリート	18-8-40BB	m <sup>3</sup>	0.33	
均し型枠		m <sup>2</sup>	2.30	
基面整正		m <sup>2</sup>	3.30	
h1		mm	85	
h2		mm	660	
W		mm	550	

フ'レキシスト集水樹基準高さ一覧表			
測 点	天端高さ △FH1	樹底高さ △FH2	備 考
No. 3+1.0(左)	FH1 = 1.45	FH2 = 0.76	1号
No. 3+0.8(右)	FH1 = 1.44	FH2 = 0.75	1号