


計画平面図


S=1:500

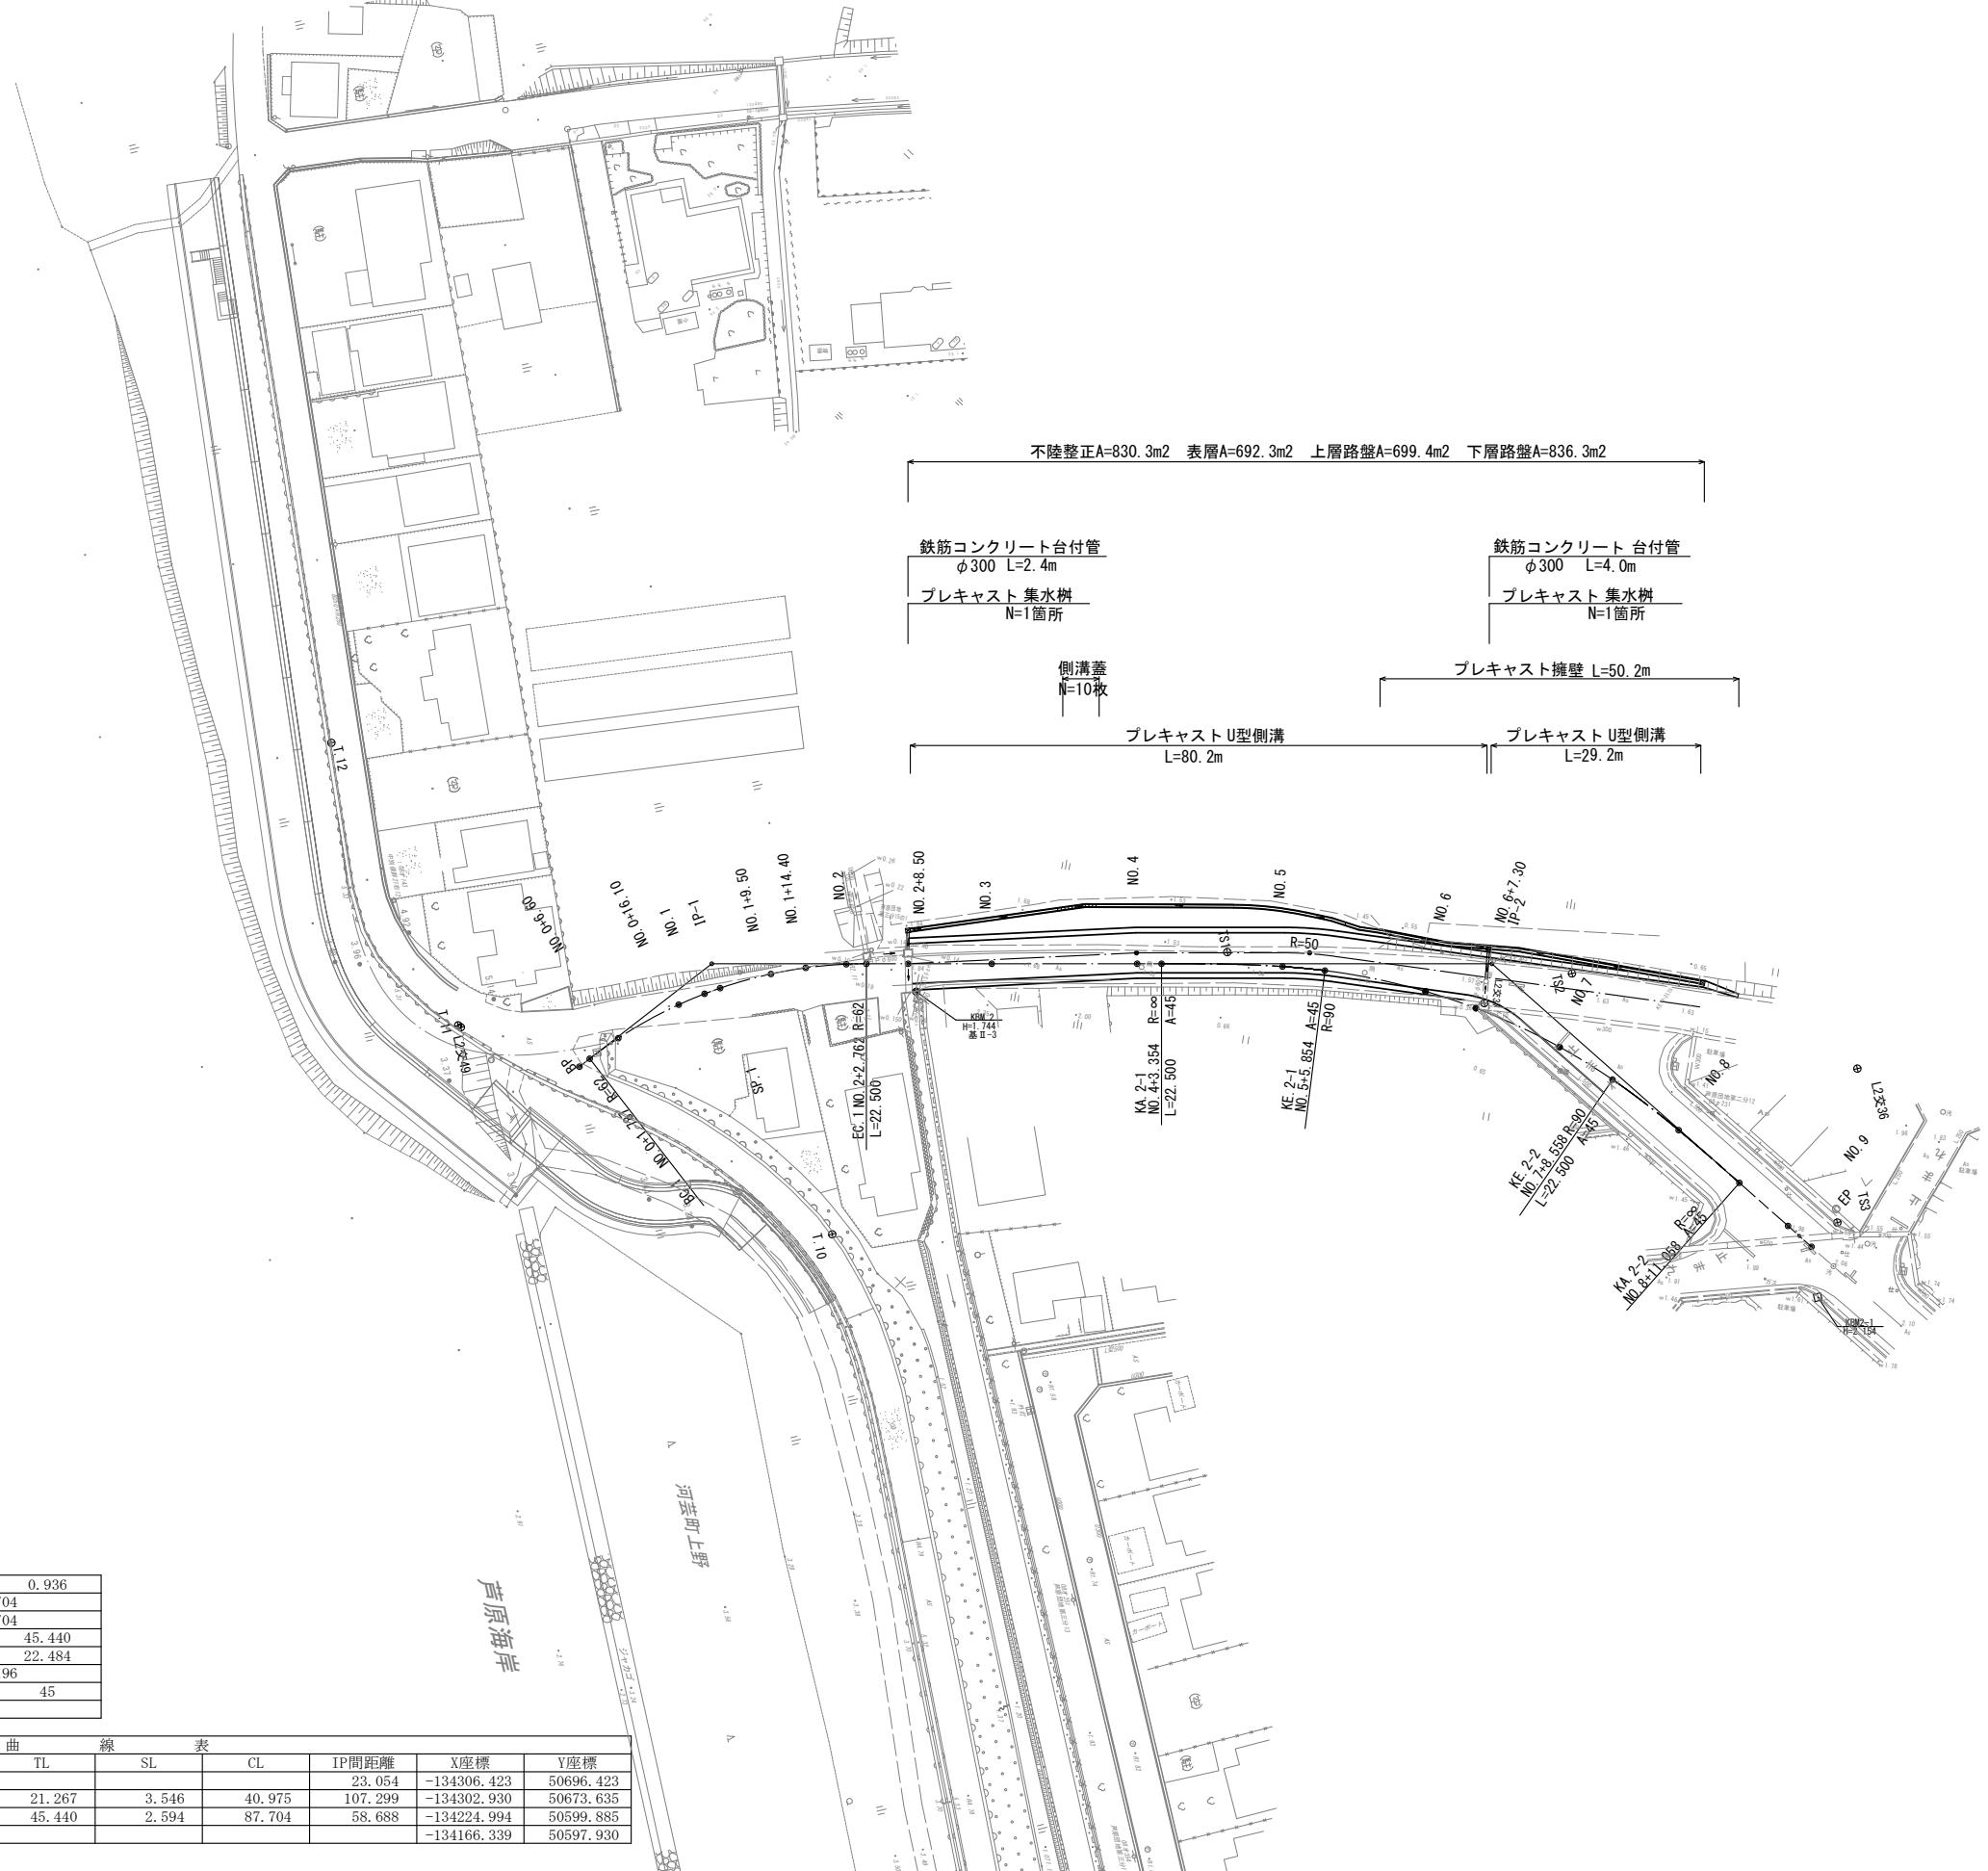

計画縦断面図

V=1:100
H=1:500


本工事施工区間

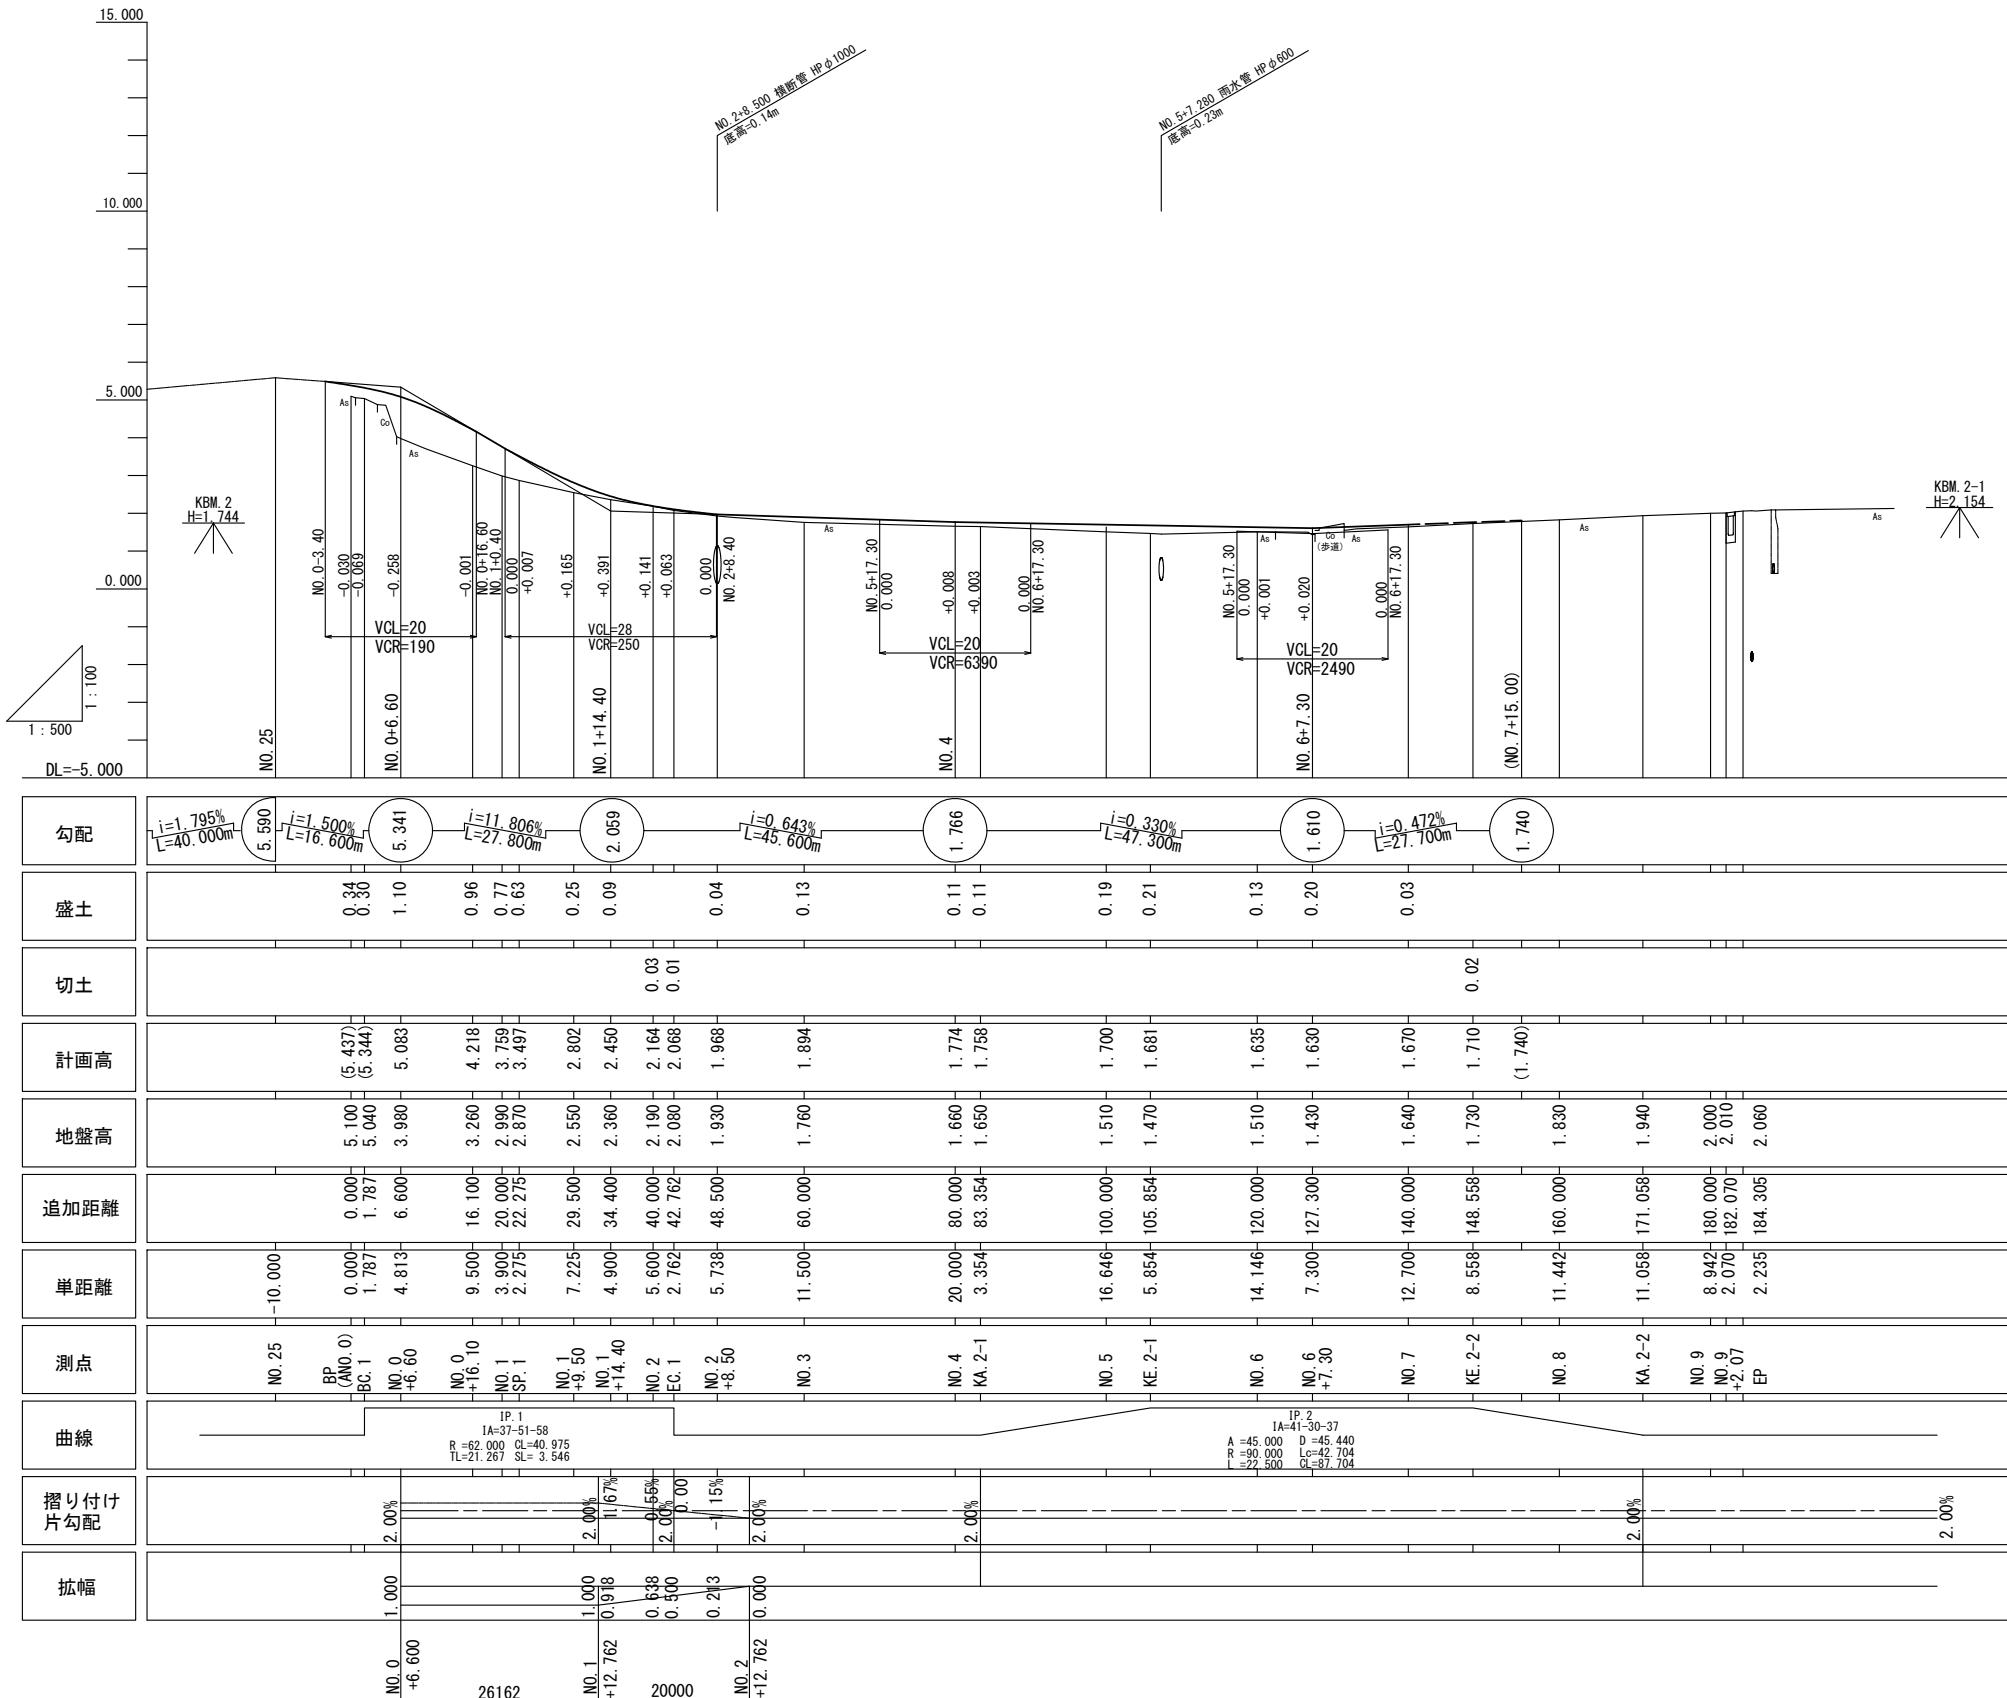

工事名	令和4年度整道第1号 河芸町島崎町線道路改良工事	
施工箇所名	津市河芸町上野地内	
図面の種類	計画縦断面図	
縮尺	図示	図面番号 2/9
事務所名	津市建設部建設整備課	

標準断面図
S=1:50



NO. 6付近

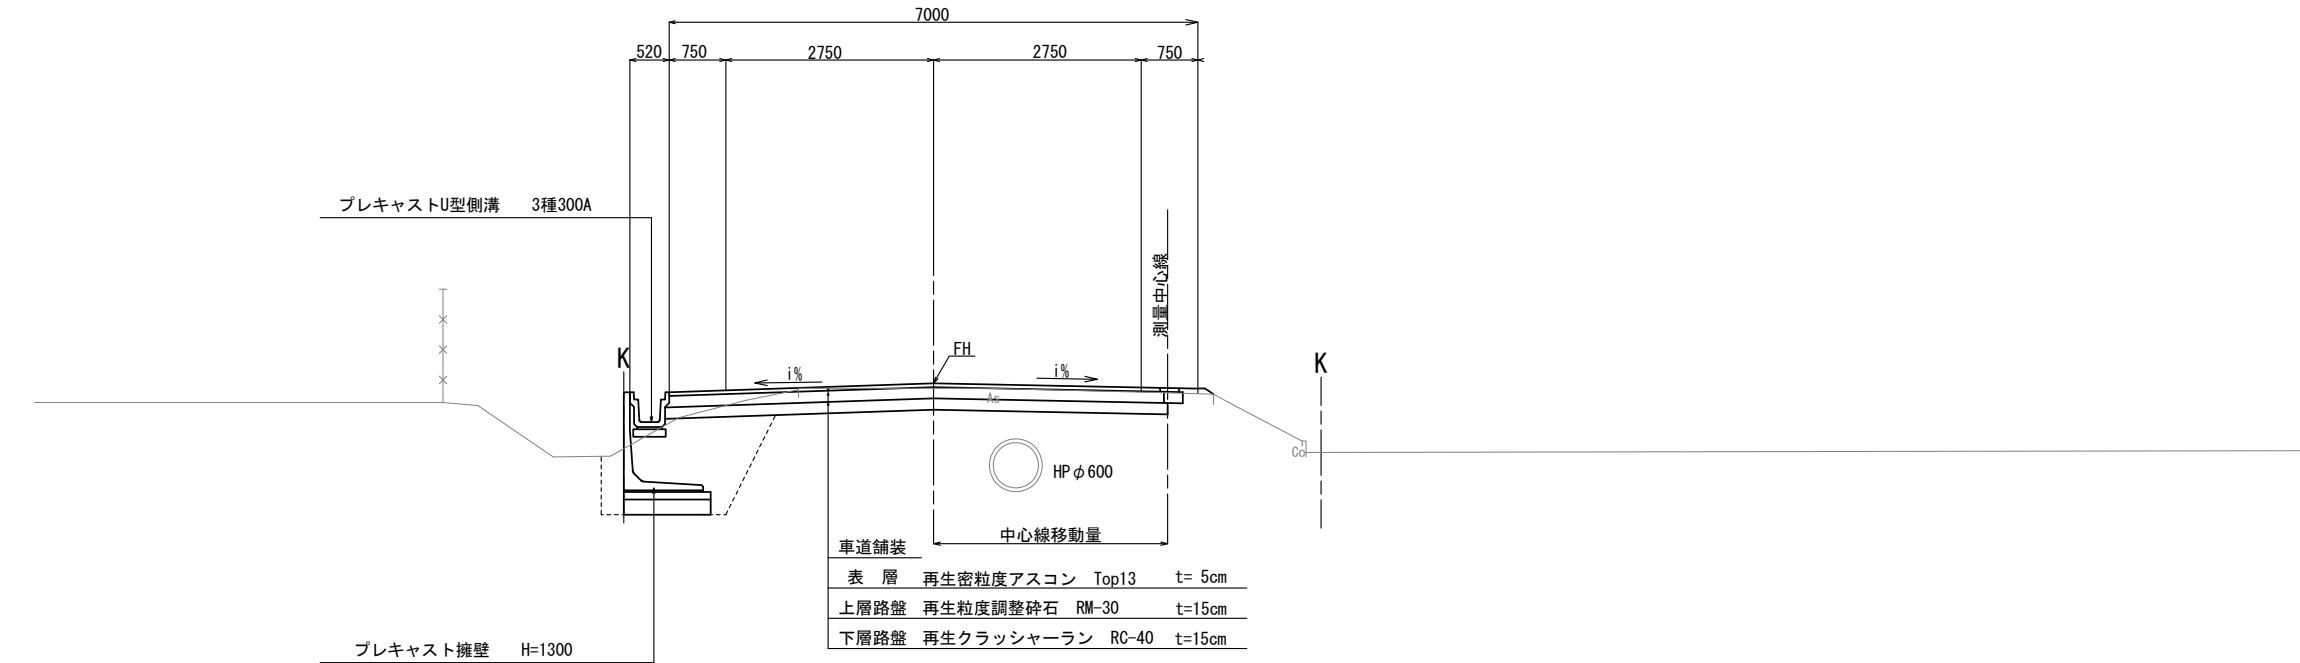

※この図面はA1サイズを原寸とする。	
工事名	令和4年度建設新第1号 河芸町島崎町線道路改良工事
施工箇所名	津市河芸町上野地内
図面の種類	標準断面図
縮尺	図示 図面番号 3/9
事務所名	津市建設部建設整備課

横断面図(1)

S=1:100

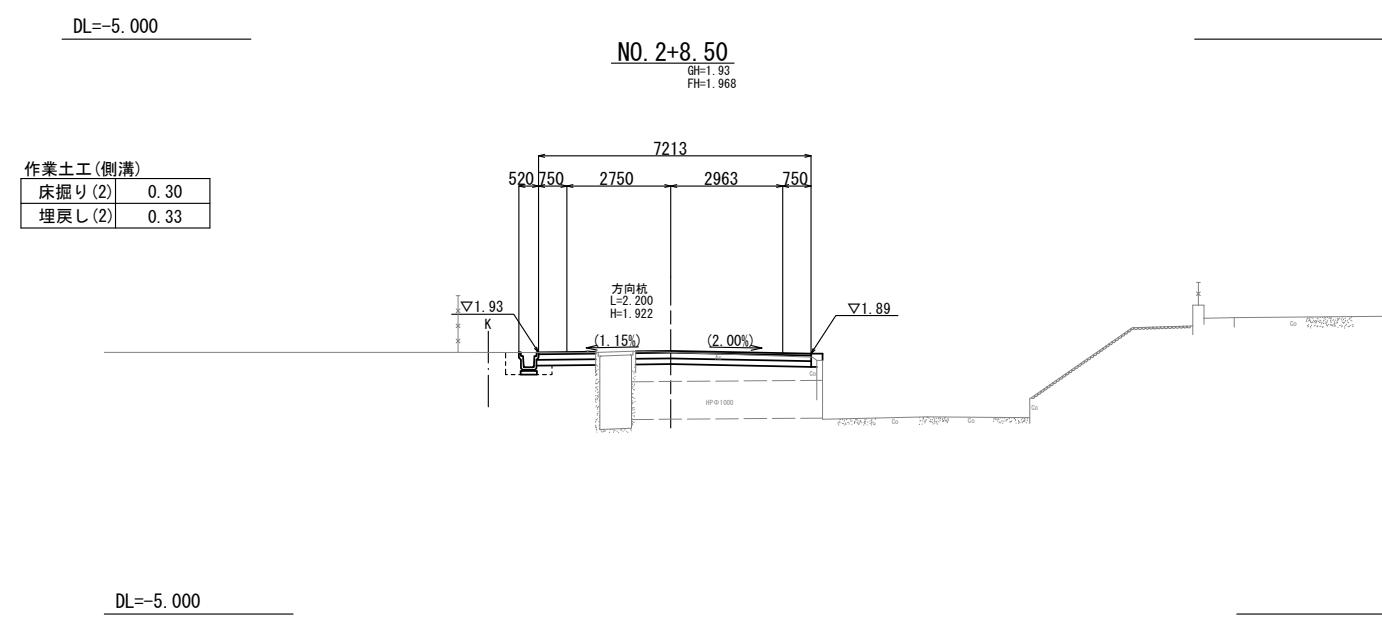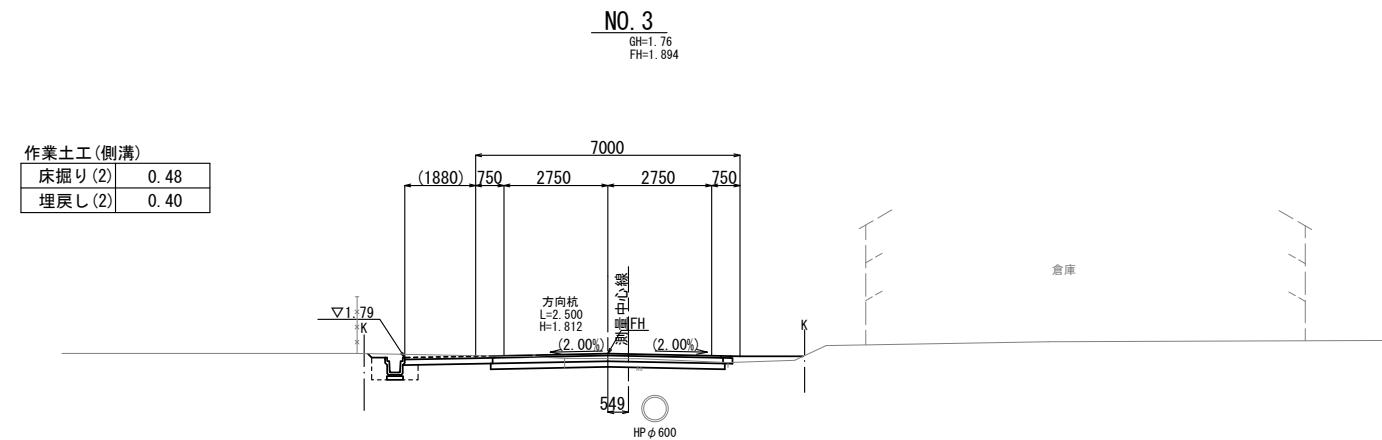


※この図面はA1サイズを原寸とする。	
工事名	令和4年度建整道新第1号 河芸町島崎町線道路改良工事
施工箇所名	津市河芸町上野地内
図面の種類	横断面図(1)
縮尺	図示
事務所名	津市建設部建設整備課
図面番号	4/9

横断面図(2)

S=1:100

作業土工(側溝)	
床掘り(2)	0.48
埋戻し(2)	0.40


NO. 5
GH=1.51
FH=1.700

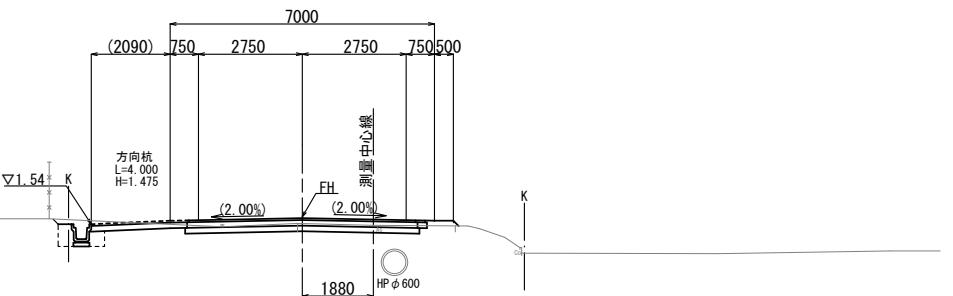

NO. 5	
掘削	土 砂
路体盛土	0.09
舗装版取壊し	4.50
不陸整正	8.85
車道 表層	t=50 6.25
上層路盤	t=150 6.35
舗装 下層路盤	t=150 8.70
装	

作業土工(側溝)	
床掘り(2)	0.48
埋戻し(2)	0.40


KA. 2-1
GH=1.65
FH=1.758

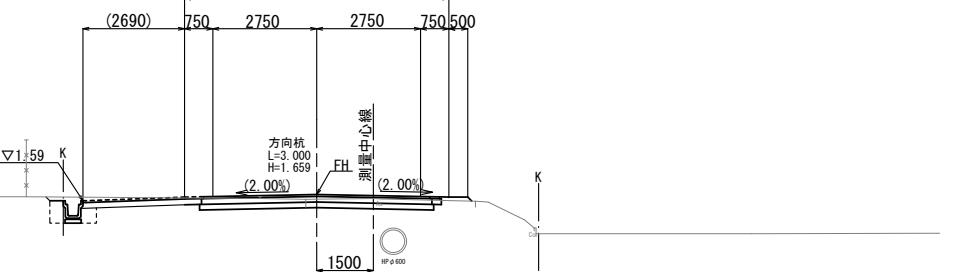

KA. 2-1	
掘削	土 砂
路体盛土	0.07
舗装版取壊し	4.50
不陸整正	9.45
車道 表層	t=50 6.25
上層路盤	t=150 6.35
舗装 下層路盤	t=150 9.30
装	

作業土工(側溝)	
床掘り(2)	0.48
埋戻し(2)	0.40

NO. 4
GH=1.66
FH=1.774

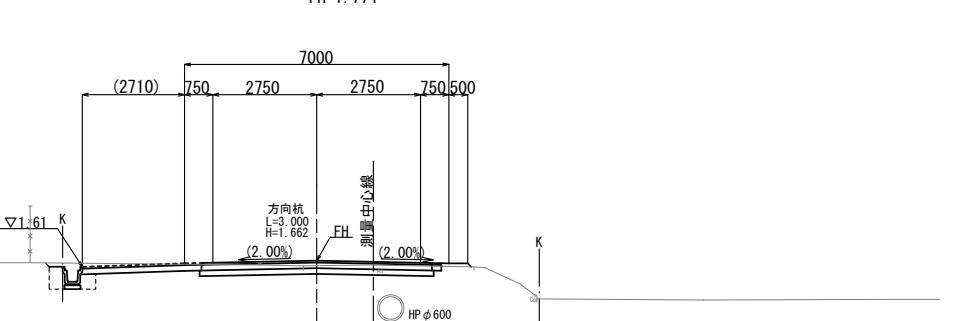

NO. 4	
掘削	土 砂
路体盛土	0.07
舗装版取壊し	4.50
不陸整正	9.50
車道 表層	t=50 6.25
上層路盤	t=150 6.35
舗装 下層路盤	t=150 9.55
装	


※この図面はA1サイズを原寸とする。	
工事名	令和4年度建整道新第1号 河芸町島崎町線道路改良工事
施工箇所名	津市河芸町上野地内
図面の種類	横断面図(2)
縮尺	図示
事務所名	津市建設部建設整備課
図面番号	5/9

横断面図 (3)

S=1:100

NO. 6+7.30
GH=1.43
(FH=1.630)

作業土工(擁壁)	
床掘り(1)	2.4
埋戻し(1)	1.9

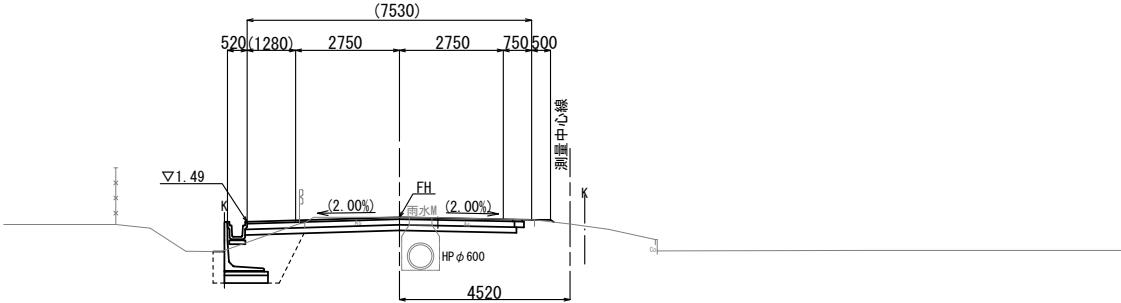


NO. 6+7.30		
掘削	土 砂	2.6
路体盛土		0.05
舗装版取壊し		6.10
不陸整正		6.75
車道 表層	t=50	7.55
上層路盤	t=150	7.60
舗装 下層路盤	t=150	7.15
装		

DL=-5.000

NO. 6
GH=1.51
FH=1.635

作業土工(擁壁)	
床掘り(1)	2.5
埋戻し(1)	1.9

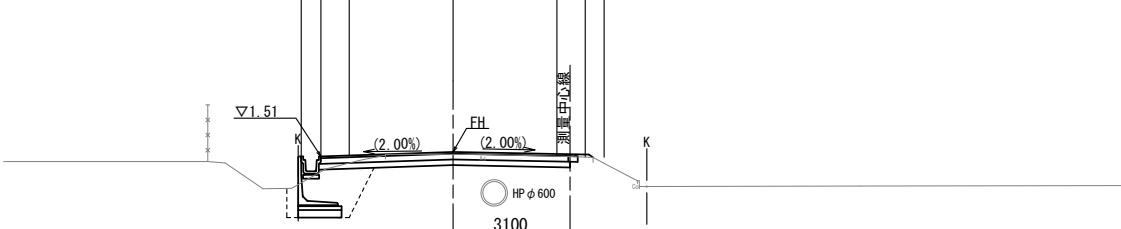


NO. 6		
掘削	土 砂	2.0
路体盛土		0.17
舗装版取壊し		5.50
不陸整正		6.45
車道 表層	t=50	6.75
上層路盤	t=150	6.80
舗装 下層路盤	t=150	6.65
装		

DL=-5.000

KE. 2-1
GH=1.47
FH=1.681

作業土工(側溝)	
床掘り(2)	0.48
埋戻し(2)	0.38

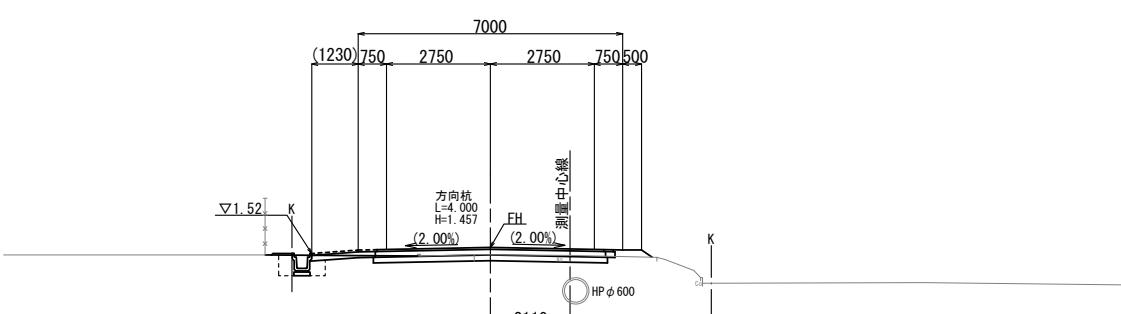


KE. 2-1		
掘削	土 砂	1.6
路体盛土		0.13
舗装版取壊し		4.80
不陸整正		8.00
車道 表層	t=50	6.25
上層路盤	t=150	6.35
舗装 下層路盤	t=150	7.85
装		

※この図面はA1サイズを原寸とする。	
工事名	令和4年度建整道新第1号 河芸町島崎町線道路改良工事
施工箇所名	津市河芸町上野地内
図面の種類	横断面図(3)
縮 尺	図 示
面番号	6/9
事務所名	津市建設部建設整備課

横断面図(4)

S=1:100

NO. 8
GH=1.830
FH=1.789

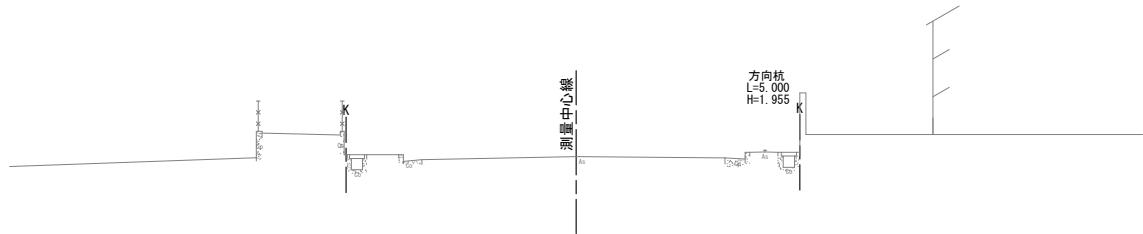


DL=-5.000

KE. 2-2
GH=1.73
FH=1.710

作業土工(擁壁)	
床掘り(1)	2.7
埋戻し(1)	2.0

KE. 2-2～No. 7+16.00

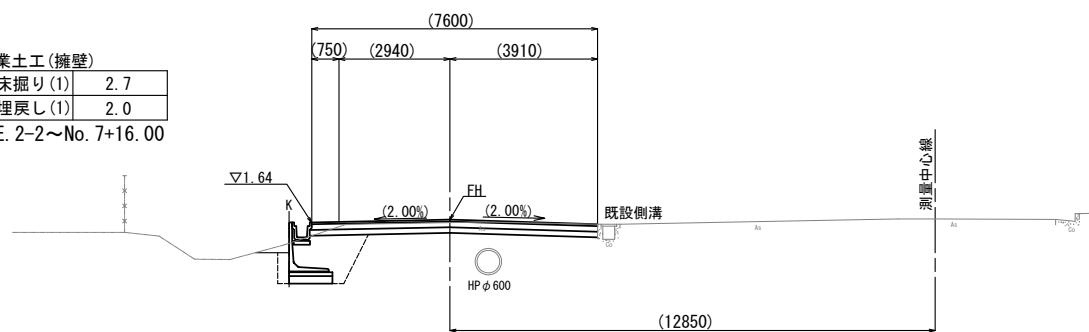


KE. 2-2～No. 7+11.50

掘削	土 砂	2.2
路体盛土		-
舗装版取壊し		6.60
不陸整正		7.55
車道 表層	t=50	7.55
上層路盤	t=150	7.55
舗装 下層路盤	t=150	7.60
装		

DL=-5.000

NO. 7
GH=1.64
FH=1.670

作業土工(擁壁)	
床掘り(1)	2.6
埋戻し(1)	1.9

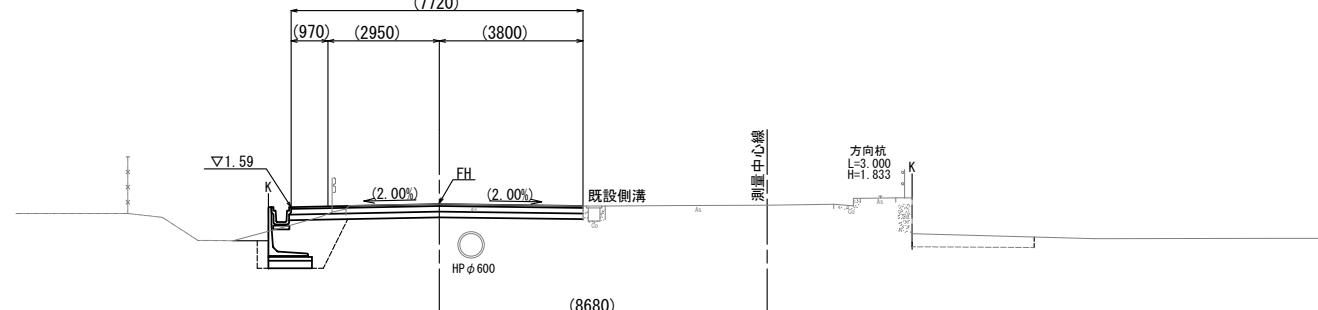

NO. 7

掘削	土 砂	2.3
路体盛土		-
舗装版取壊し		6.30
不陸整正		7.20
車道 表層	t=50	7.70
上層路盤	t=150	7.70
舗装 下層路盤	t=150	7.75
装		

DL=-5.000

工事名	令和4年度建整道新第1号 河芸町島崎町線道路改良工事	
施工箇所名	津市河芸町上野地内	
図面の種類	横断面図(4)	
縮 尺	図 示	図面番号 7/9
事務所名	津市建設部建設整備課	



※この図面はA1サイズを原寸とする。

擁壁工構造図

平面図

S=1:100

設計条件		試行くさび法
項目	単位	設計値
背面形状	—	水平
上載荷重	kN/m ²	10.0
単位体積重量	鉄筋コンクリート 土	kN/m ³ 24.5 19.0
土の内部摩擦角	度	30
滑動摩擦係数	—	0.6
外水位		なし

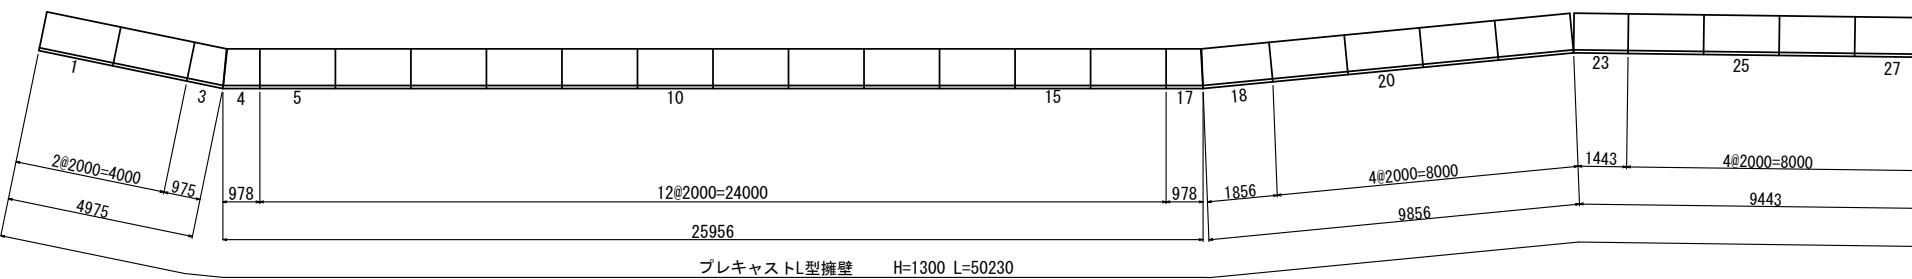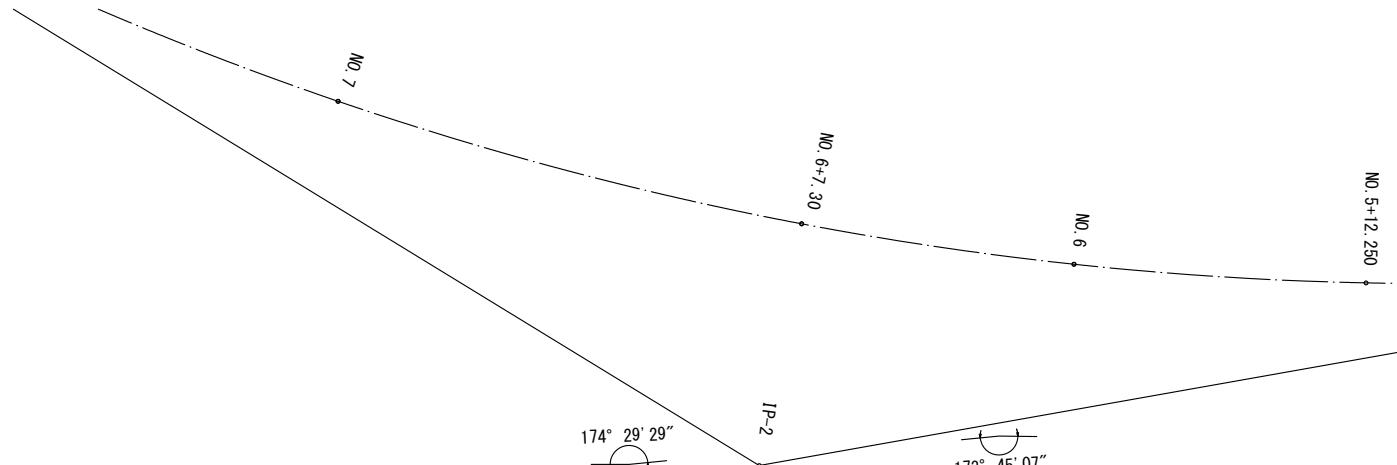


プレキャスト擁壁製品数量表

製品番号	サイズ H × L	規格	数量	参考質量	一式当り
					摘要
	1300 × 2000	標準	22 本	1050 kg	
23	× 1443	調整用	1 本	760 kg	
3	× 975 859	斜角	1 本	500 kg	
4	× 978 862	斜角	1 本	500 kg	
17	× 978 918	斜角	1 本	510 kg	
18	× 1856 1796	斜角	1 本	970 kg	
合計				27 本	

※製品割付は参考とする。

標準断面図

S=1:30

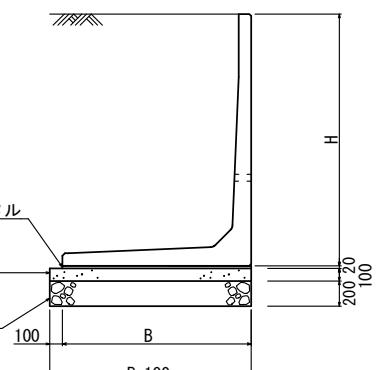


正面展開図

V=1: 50

H=1:100

プレキャストL型擁壁 H=1300 L=50230

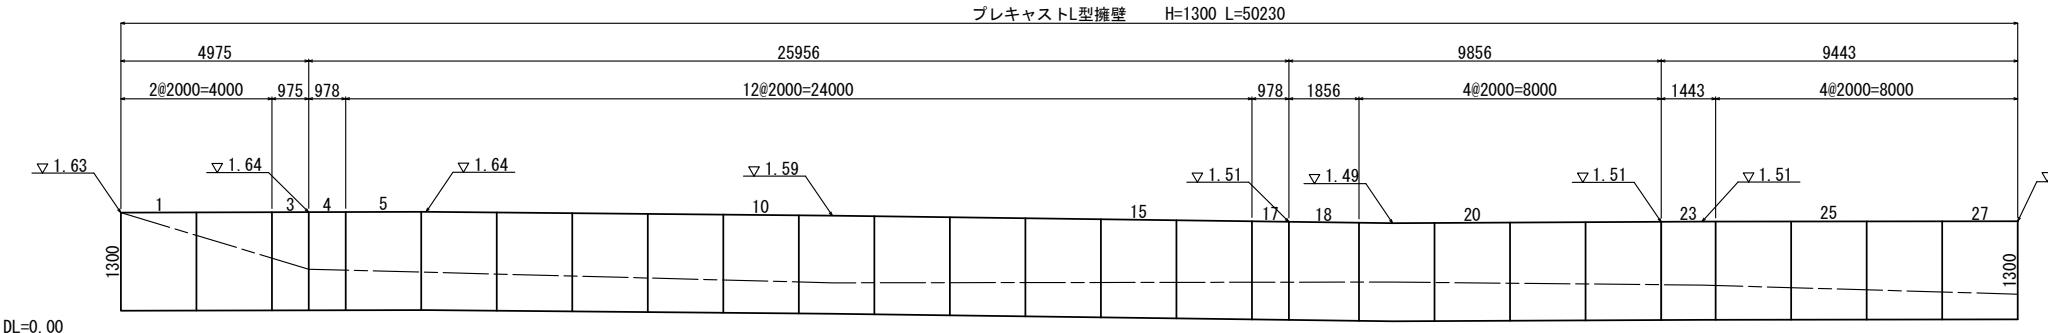


名 称	規 格	単 位	数 量	備 考
プレキャストL型擁壁	車道用 H1300	本	5.00	参考重量1050kg
敷モルタル	1:3	m ³	0.21	
均しコンクリート	18-8-40BB	m ³	1.15	
同 上 型 枠		m ²	2.00	
基 础 材	RC-40 t=200	m ²	11.50	
基 面 整 正		m ²	11.50	
B		mm	1050	
H		mm	1300	

※この図面はA1サイズを原寸とする。


工事名	令和4年度建設新第1号 河芸町島崎町線道路改良工事		
施工箇所名	津市河芸町上野地内		
図面の種類	擁壁工構造図		
縮 尺	図 示	図面番号	8/9
事務所名	津市建設部建設整備課		

各種構造図


プレキャストU型側溝
S=1:20

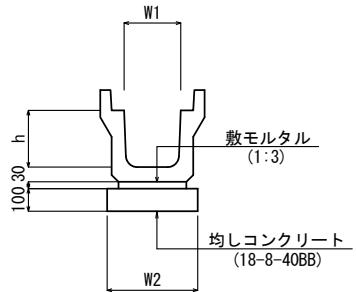

鉄筋コンクリート台付管
S=1:20

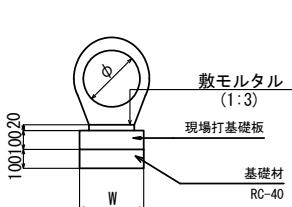

現場打基礎板
S=1:20

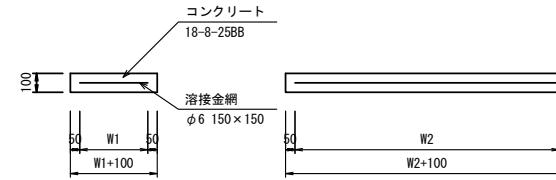


プレキャストU型側溝				
名 称	規 格	単 位	数 量	備 考
プレキャストU型側溝	3種	名 称	300A	リサイクル認定品
		個	5.00	参考重量421kg
敷モルタル	1:3	m3	0.11	
均しコンクリート	18-8-40BB	m3	0.46	
同上型枠		m2	2.00	
基面整正		m2	4.60	
h		mm	300	
W1		mm	300	
W2		mm	460	

鉄筋コンクリート台付管				
名 称	規 格	単 位	数 量	備 考
鉄筋コンクリート台付管		名 称	φ300	
		本	5.00	参考重量390kg
敷モルタル	1:3	m3	0.05	
現場打基礎板		枚	5.00	
基 础 材	RC-40 t=100	m2	3.40	
基 面 整 正		m2	3.40	
φ		mm	300	
W		mm	340	

現場打基礎板				
名 称	規 格	単 位	数 量	備 考
現場打基礎板		枚	10.00	
コンクリート	18-8-25BB	m3	0.68	
同 上 型 枠		m2	2.91	
路 盤 紙	クラフト紙	m2	6.80	
溶 接 金 網	φ6 150×150	m2	4.56	
W1		mm	240	
W2		mm	1900	
参考重量		kg	160	1枚当たり重量

プレキャスト集水樹
S=1:20

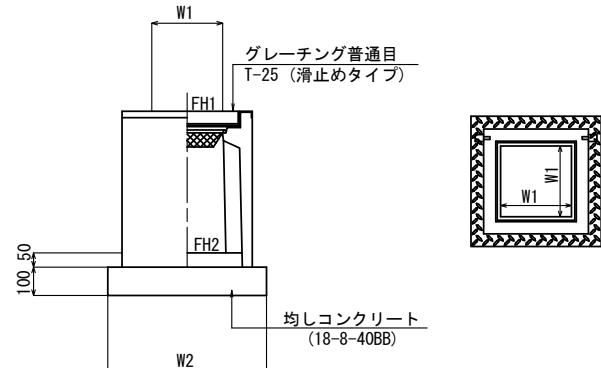

プレキャスト集水樹				
名 称	規 格	単 位	数 量	備 考
プレキャスト集水樹		個	10.00	参考重量211kg
インバートコンクリート	18-8-25BB	m3	0.05	
均しコンクリート	18-8-40BB	m3	0.38	
同 上 型 枠		m2	2.48	
基 面 整 正		m2	3.84	
タ イ プ	300C			
蓋 タ イ プ (Gr)	T-25 普通目			
W1		mm	300	
W2		mm	620	

プレキャスト集水樹基準高さ一覧表

測 点	天端高さ △FH 1	樹底高さ △FH 2	備 考
N0.2 + 8.50 (左)	FH=1.93	FH=1.18	
N0.6 + 6.00 (左)	FH=1.49	FH=0.74	

※この図面はA1サイズを原寸とする。
工事名 令和4年度建整道新第1号 河芸町島崎町線道路改良工事
施工箇所名 津市河芸町上野地内
図面の種類 各種構造図
縮 尺 図 示 図面番号 9/9
事務所名 津市建設部建設整備課