


平面図

S=1:500

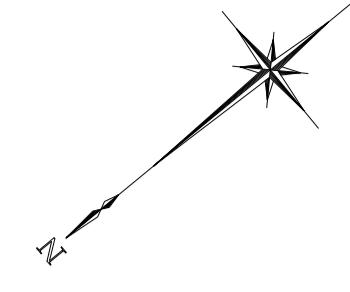

本工事施工範囲

分水栓
N=2箇所


現場打ち集水樹(1)
N=1箇所

現場打ち集水樹(2)
N=1箇所

管渠(2) 管渠(1)
N=1.0式 (L=6.0m)

アーチ型側溝 L=96.1m

アーチ型側溝 L=100.0m

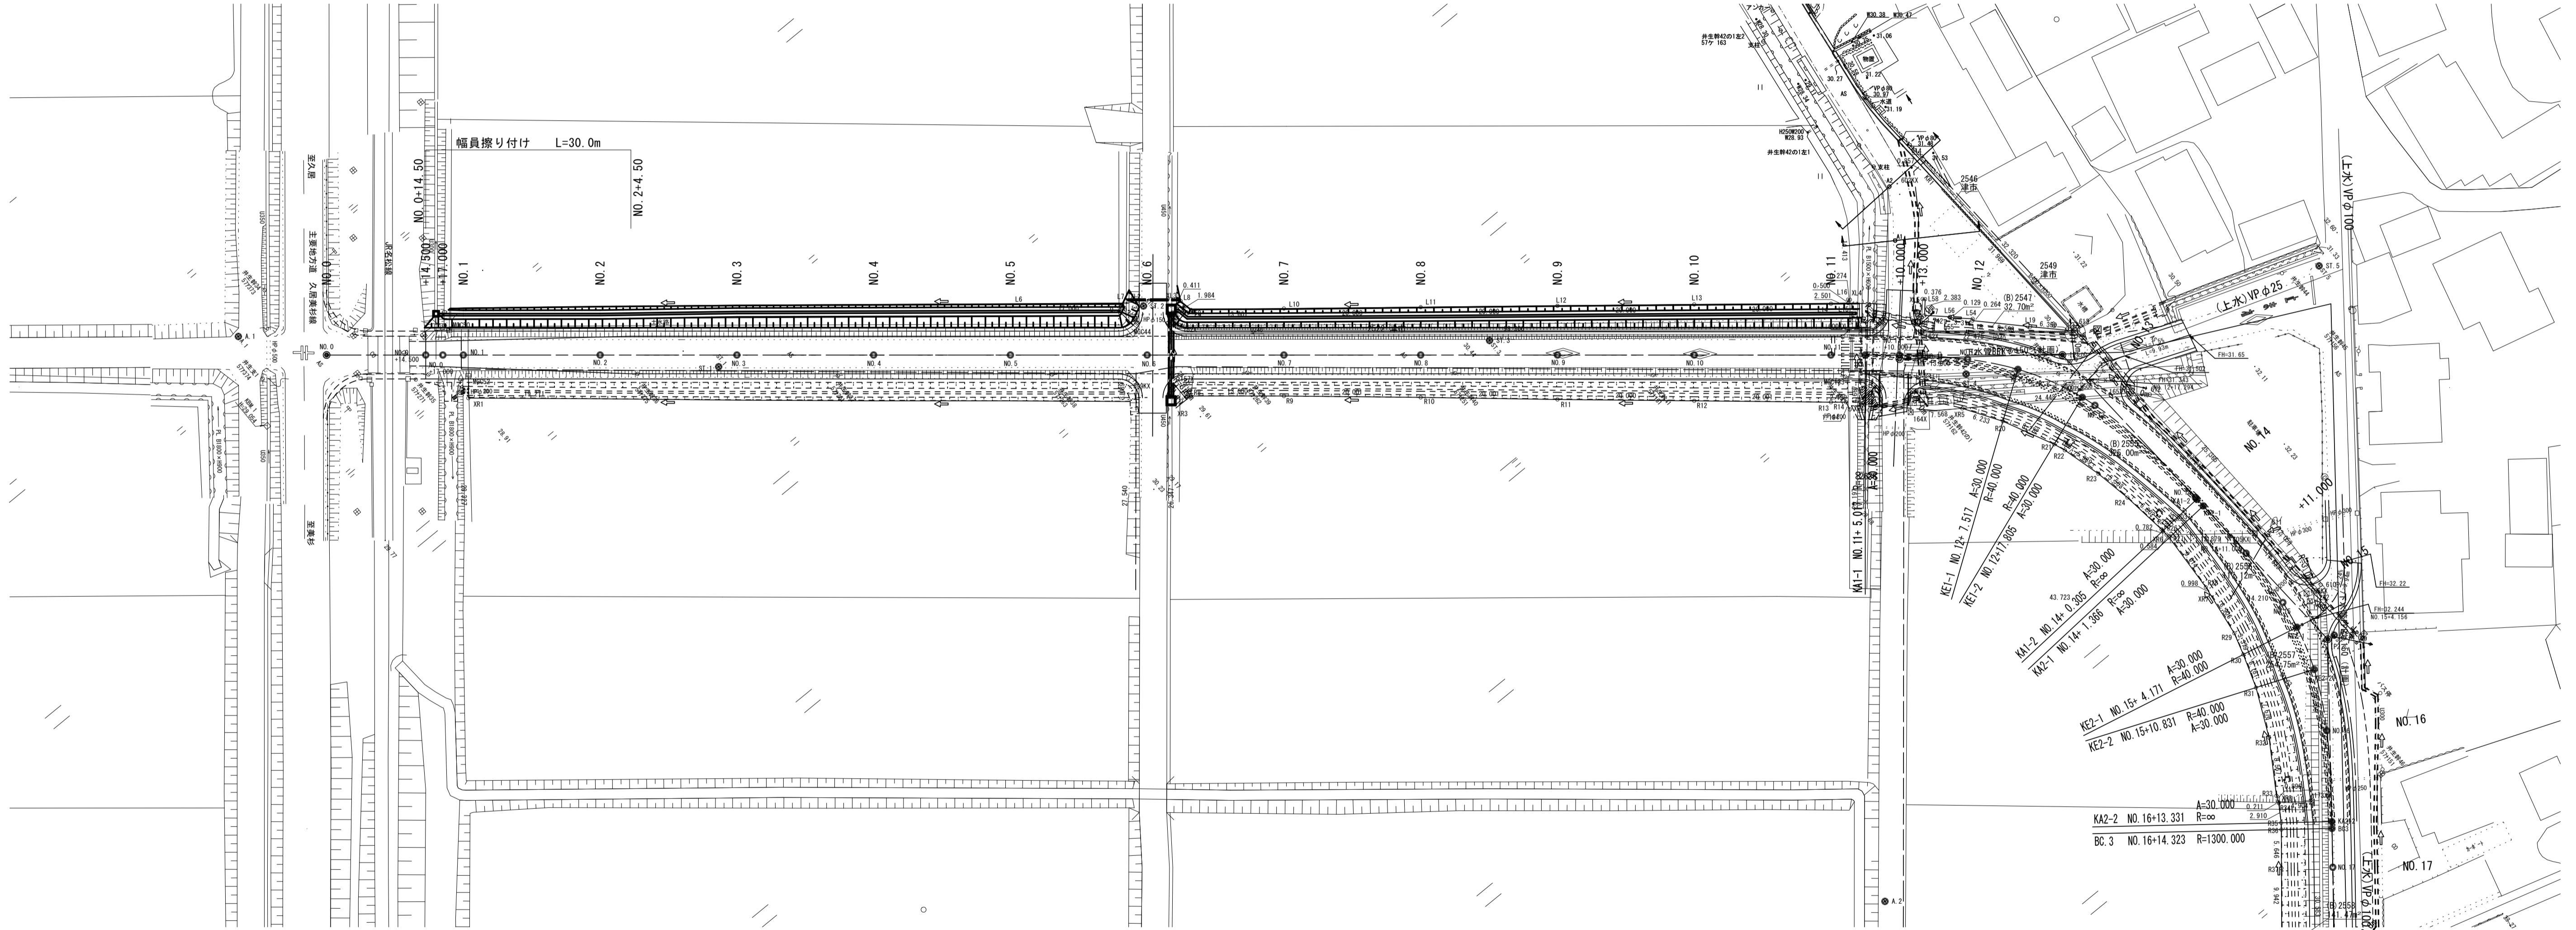

現場打ち集水樹(2)
N=1箇所

台付管
(L=1.0式
(L=12.0m))


※この図面はA1サイズを原寸とする。
令和3年度建設道新補第3号
井生瀬線道路改良工事

工事名	令和3年度建設道新補第3号 井生瀬線道路改良工事		
施工箇所名	津市一志町井生地内		
図面名	平面図		
縮尺	1:500	図面番号	1/10
事業所名	津市建設部建設整備課		

縦断面図

V=1:100
H=1:500

本工事施工範囲

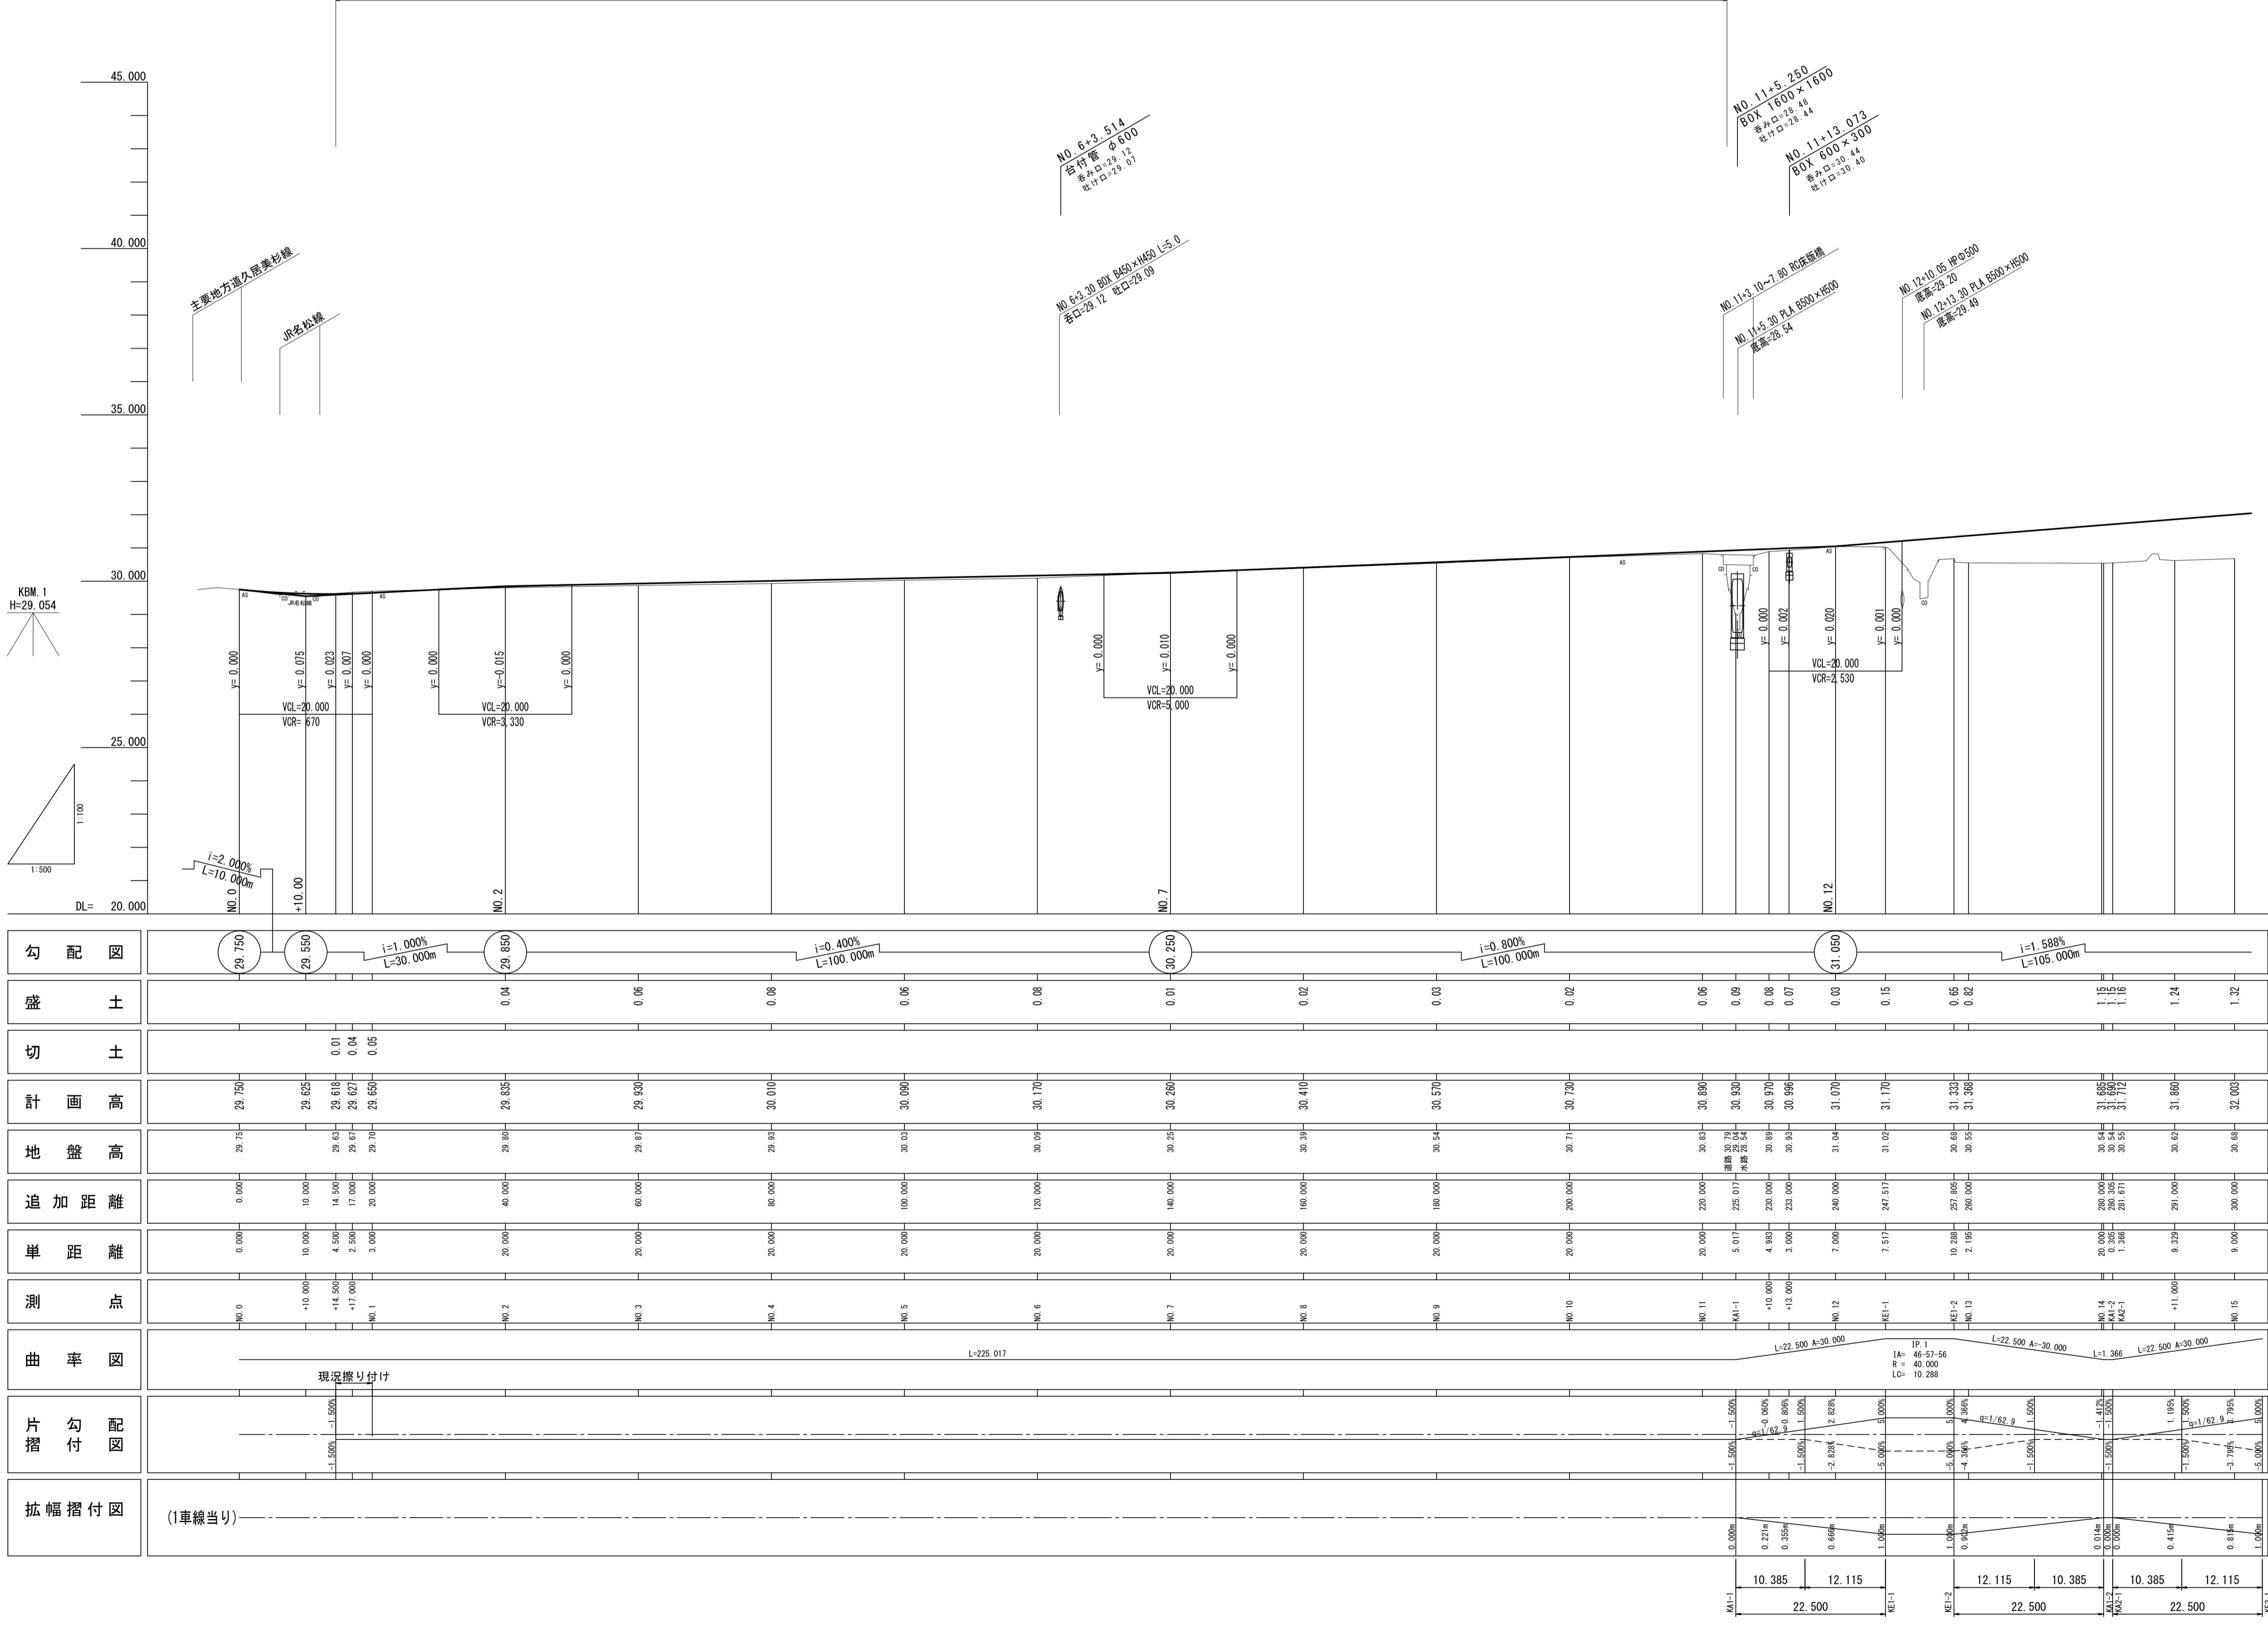

*この図面はA1サイズを原寸とする。

工事名	令和3年度建設新補第3号 井生波瀬線道路改良工事		
施工箇所名	津市一志町井生地内		
図面名	縦断面図		
縮尺	図示	図面番号	2/10
事業所名	津市建設部建設整備課		

標準断面図

NO. 8付近


S=1:50

道路規格

道路区分	第3種 第4級
設計速度	V = 20 km/h

舗装構成表

舗装計画交通量		N4交通 40≤T<100(台/日・方向)
信頼性	90%	
設計 CBR	8%以上	
目標値	H (cm) TA	14.0
設計値	37	14.20
舗装構成	表層 (再生密粒度アスコン(13))	5 5.00
	上層路盤 (再生粒度調整碎石 RM-30)	12 4.20
	下層路盤 (再生クラッシャーラン RC-40)	20 5.00
	路床改良 (石灰系処理材(防塵タイプ))	70 —

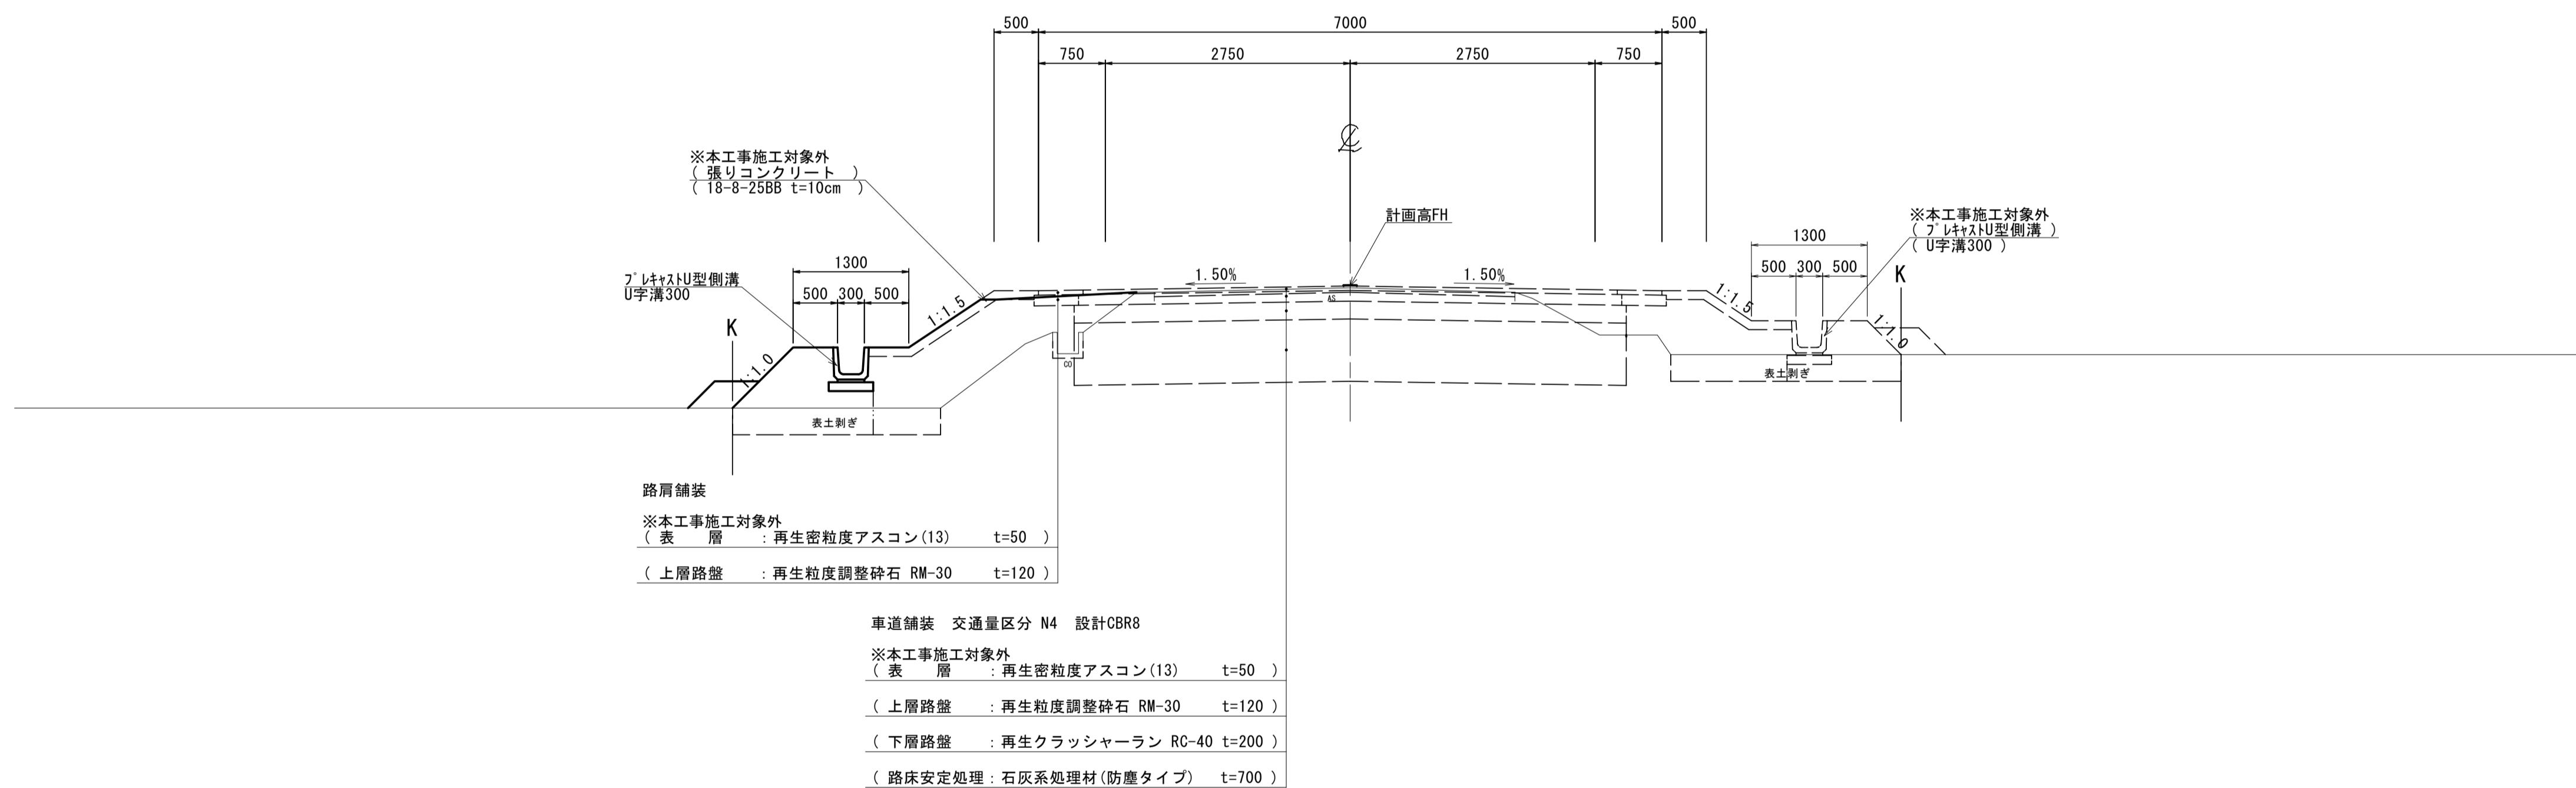

※この図面はA1サイズを原寸とする。


工事名	令和3年度建設道新補第3号 井生波瀬線道路改良工事		
施工箇所名	津市一志町井生地内		
図面名	標準断面図		
縮尺	1:50	図面番号	3/10
事業所名	津市建設部建設整備課		

横断面図(1)

S=1:100


NO. 0+17.000

GH=29.67
FH=29.627

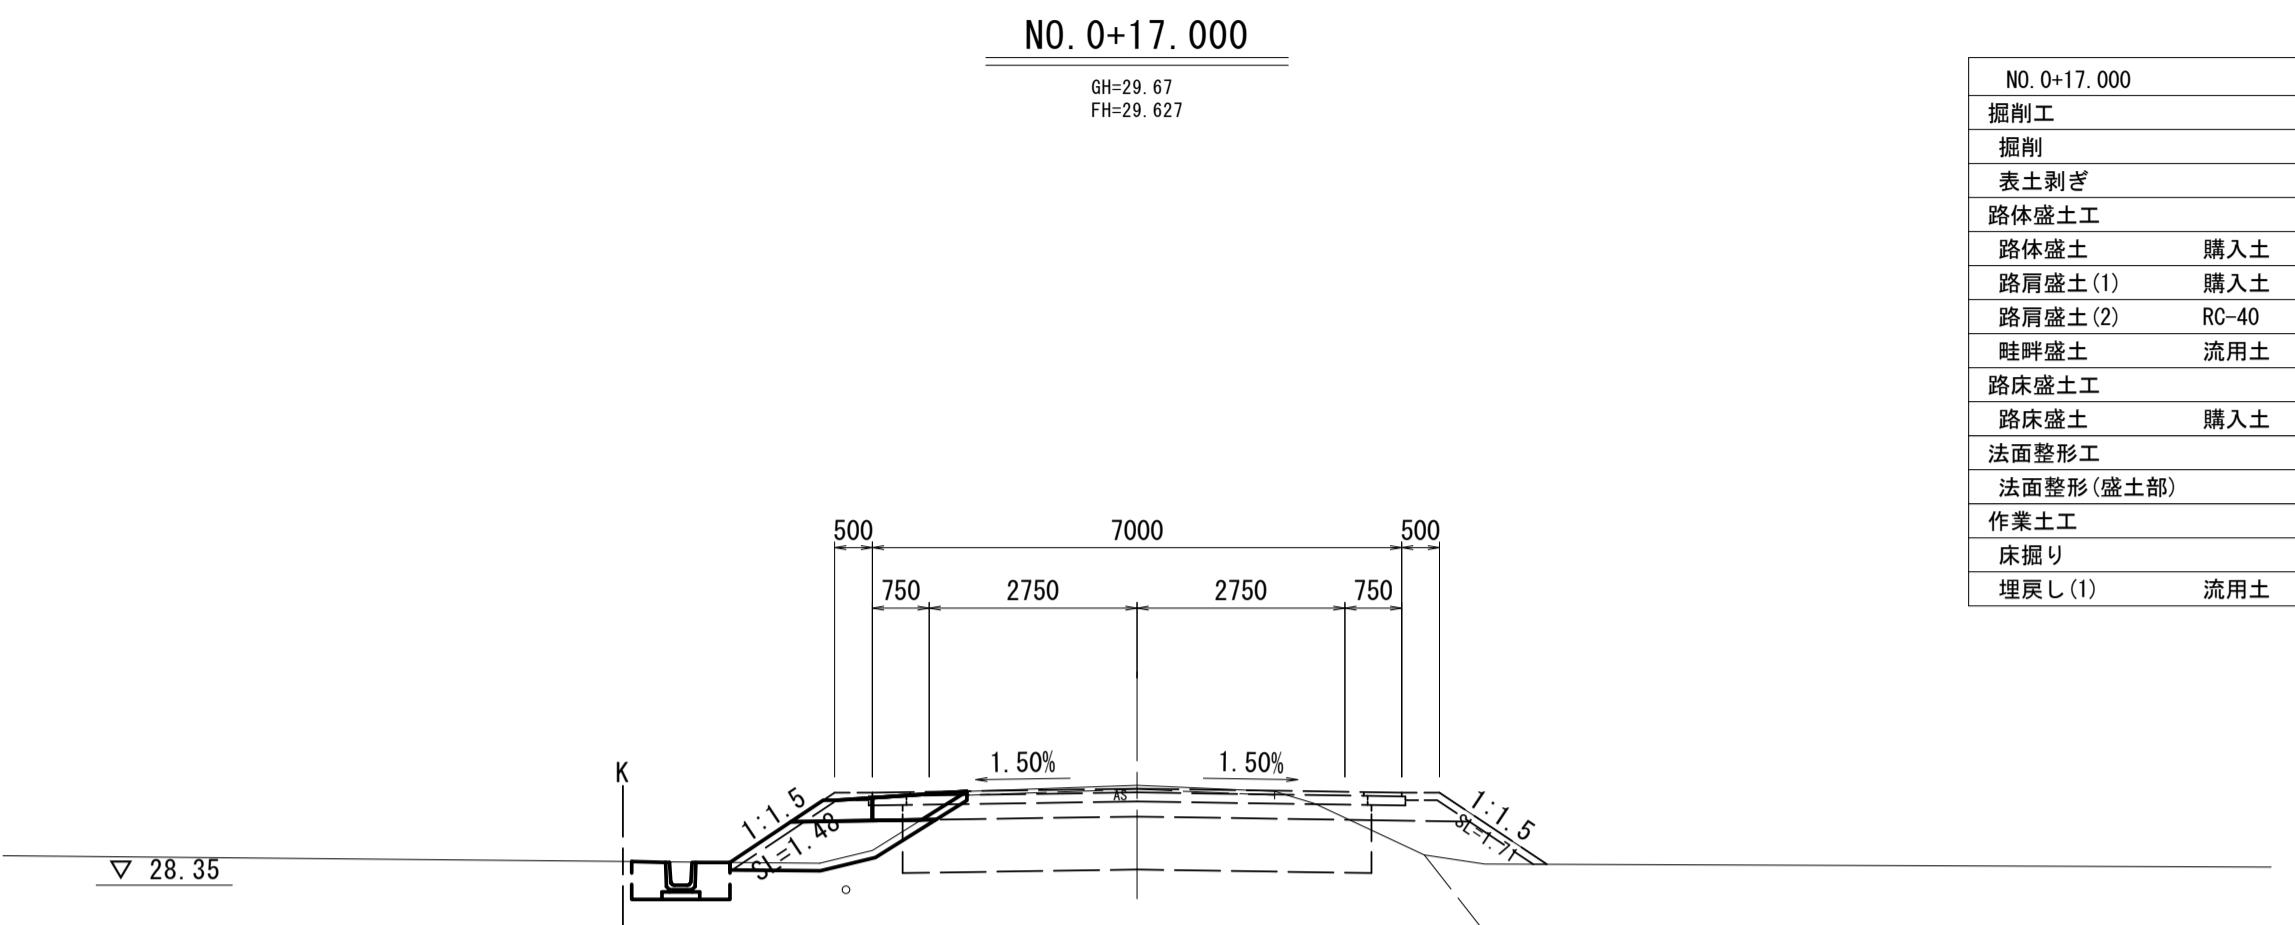

NO. 3

GH=29.67
FH=29.930

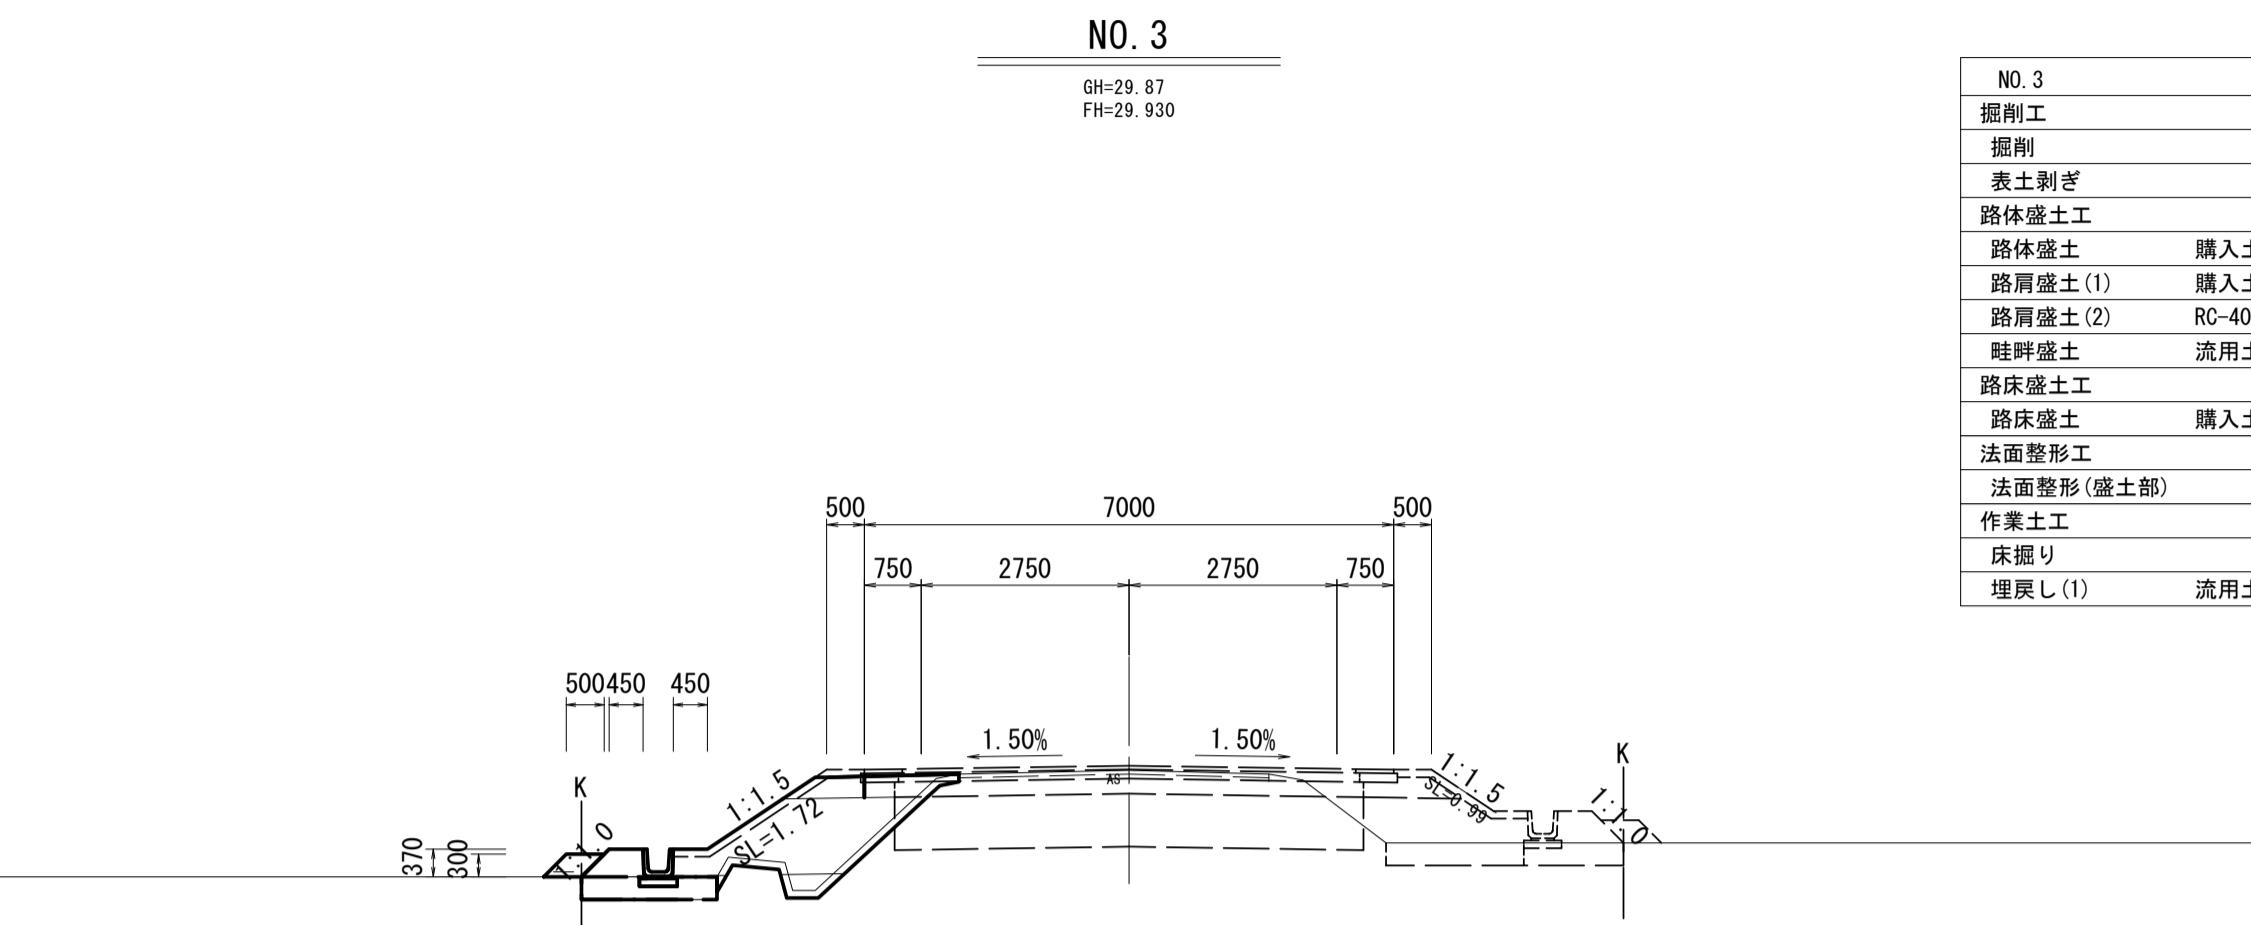


DL=25.00

DL=25.00

NO. 0+14.500

GH=29.63
FH=29.618

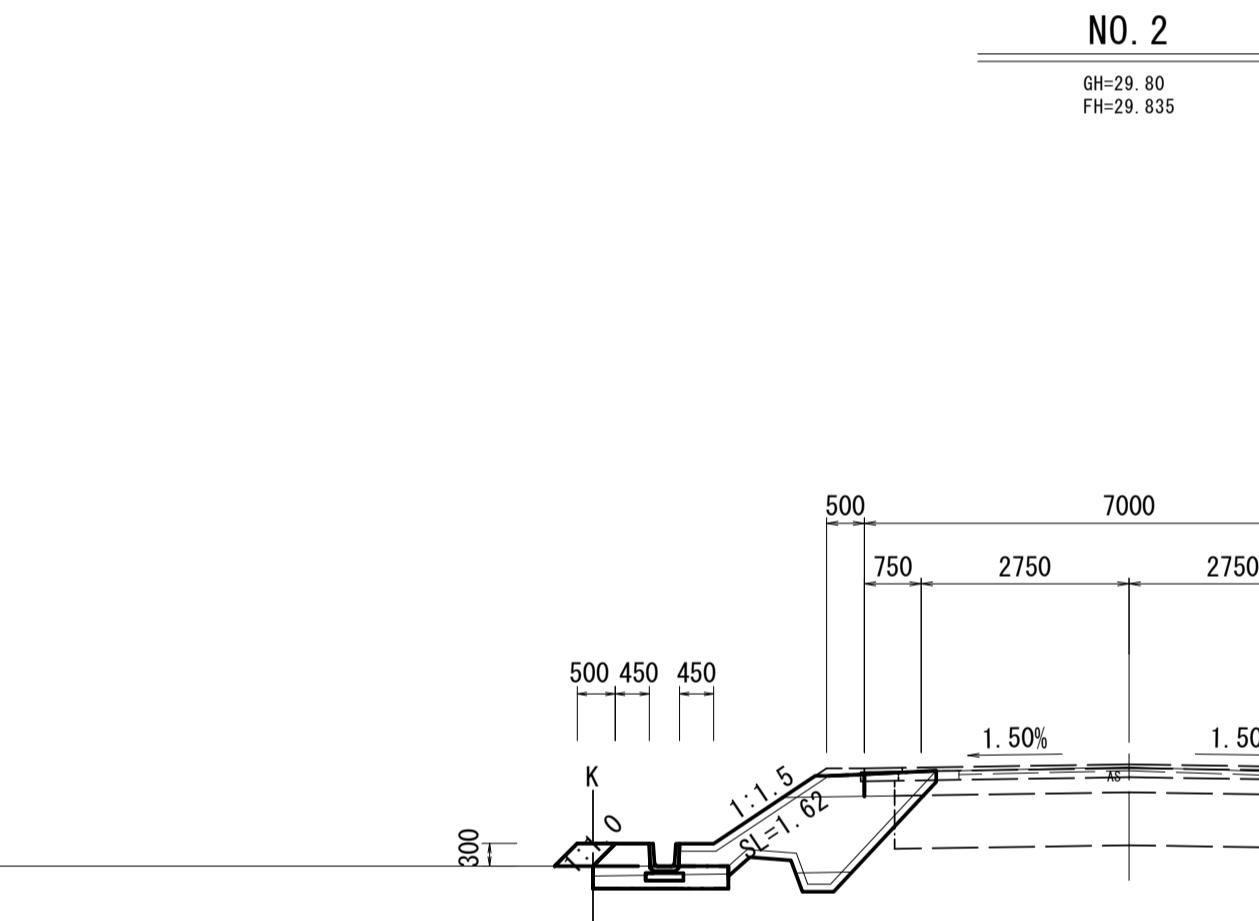


DL=25.00

DL=25.00

NO. 0

GH=29.75
FH=29.750

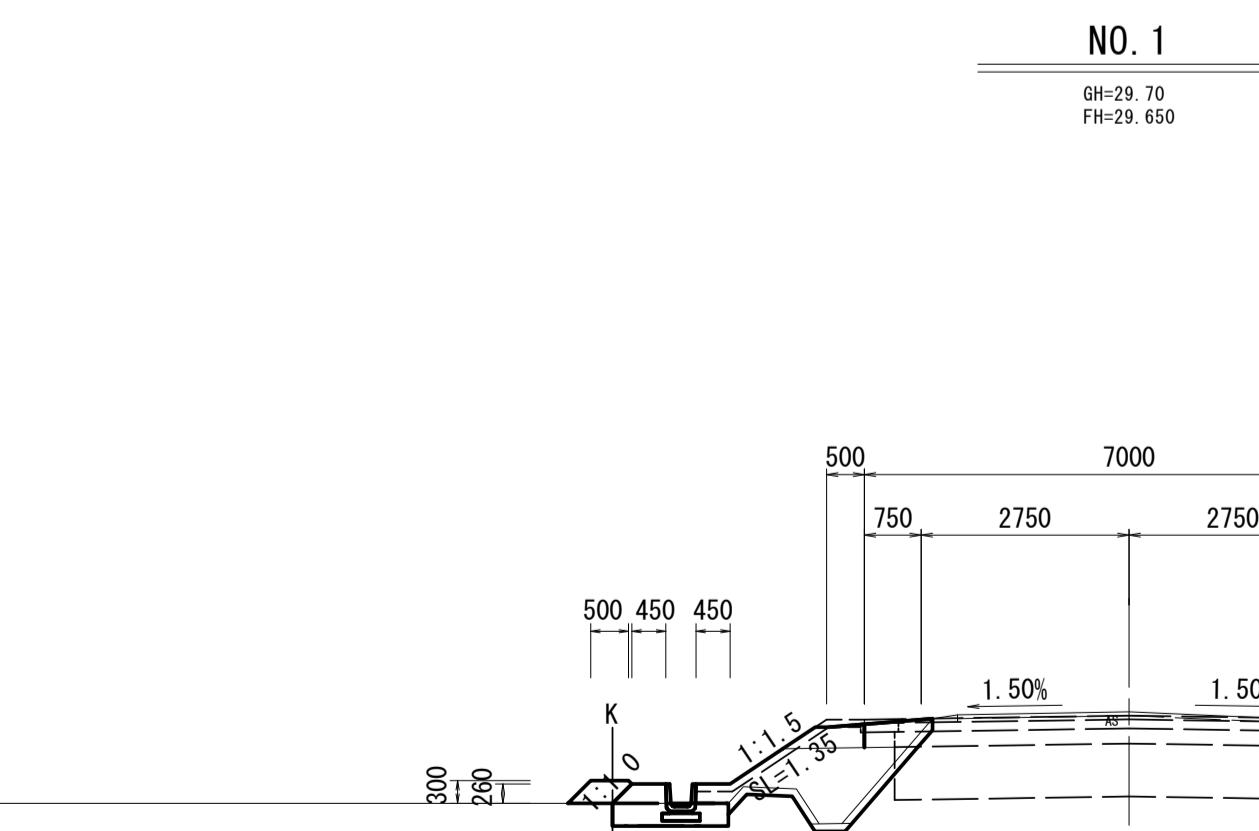

DL=25.00

DL=25.00

工事名	令和3年度建設新補第3号 井生波瀬線道路改良工事		
施工箇所名	津市一志町井生地内		
図面名	横断面図(1)		
縮尺	1 : 100	図面番号	4/10
事業所名	津市建設部建設整備課		


※この図面はA1サイズを原寸とする。

横断面図(2)

S=1:100


NO. 6

GH=30.09
FH=30.170

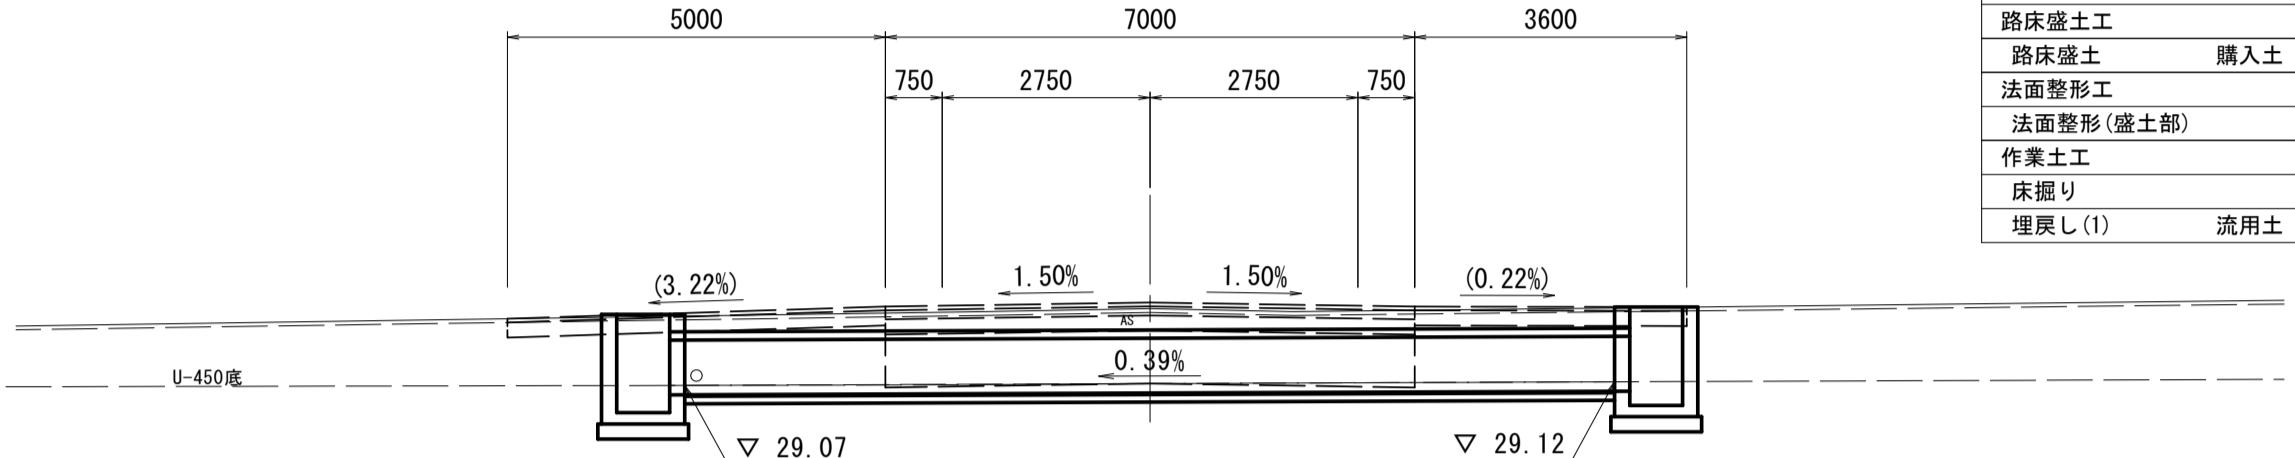

NO. 9

GH=30.54
FH=30.570

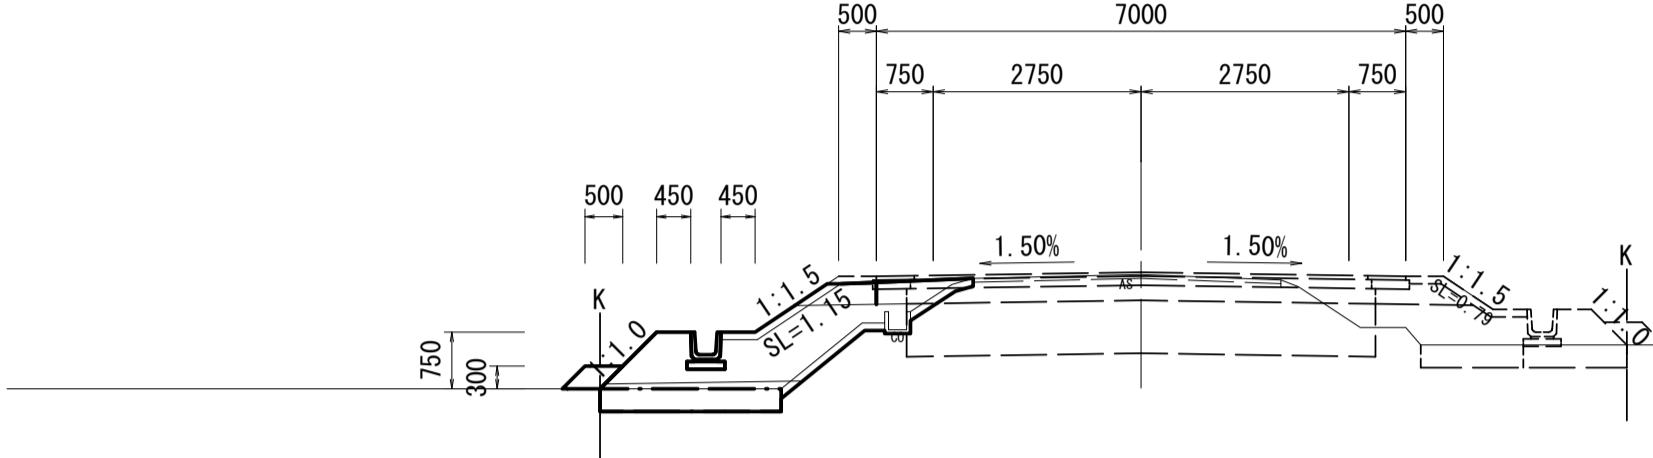


DL=25.00

DL=25.00


NO. 5

GH=30.03
FH=30.090

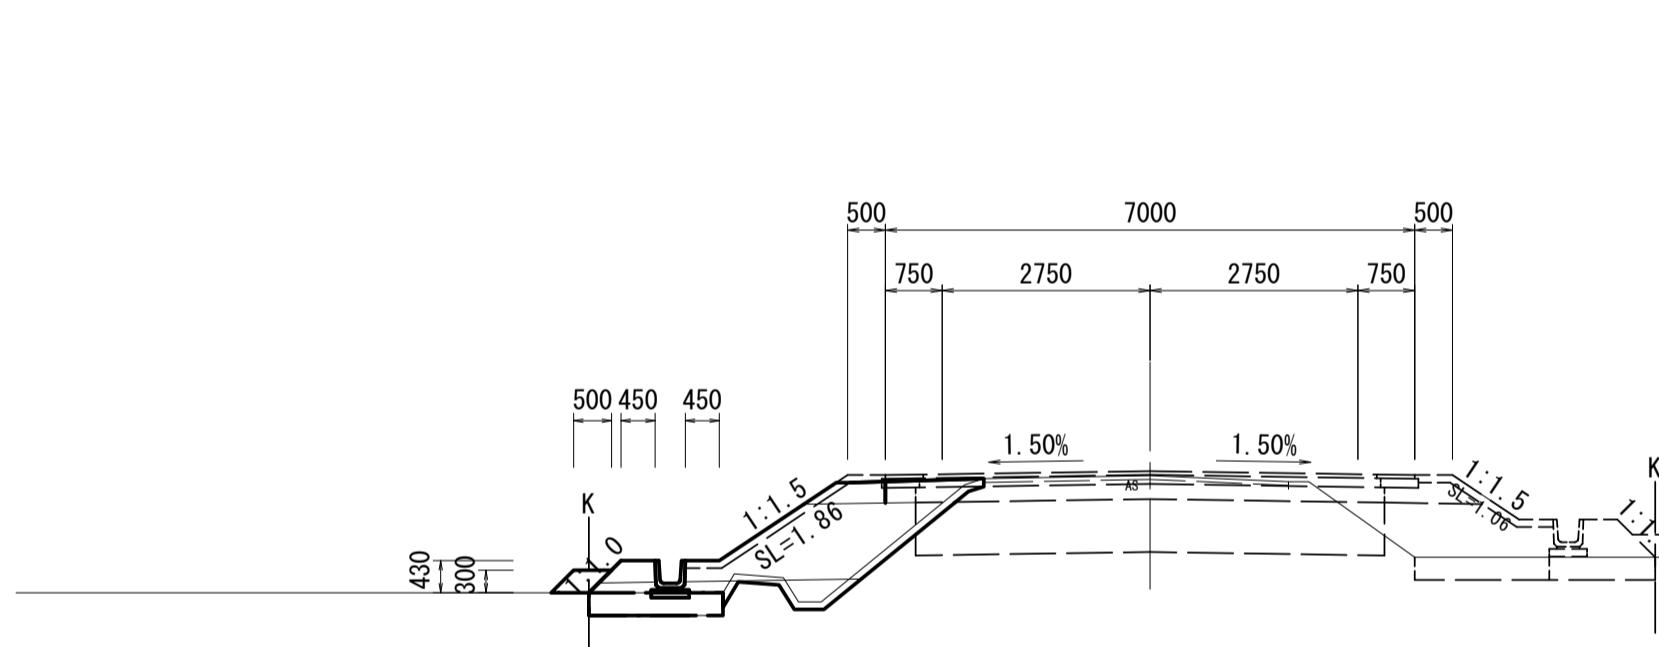

NO. 8

GH=30.39
FH=30.410

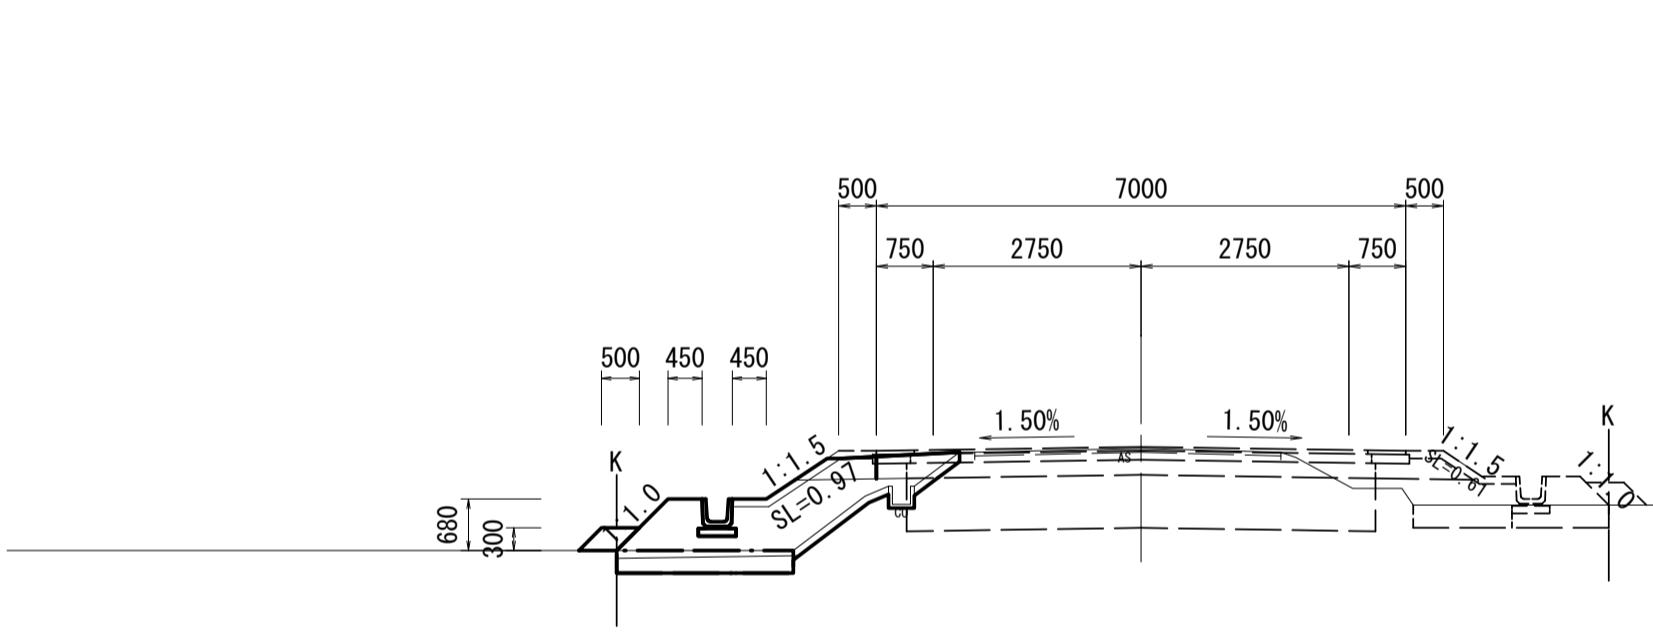


DL=25.00

DL=25.00


NO. 4

GH=29.93
FH=30.010

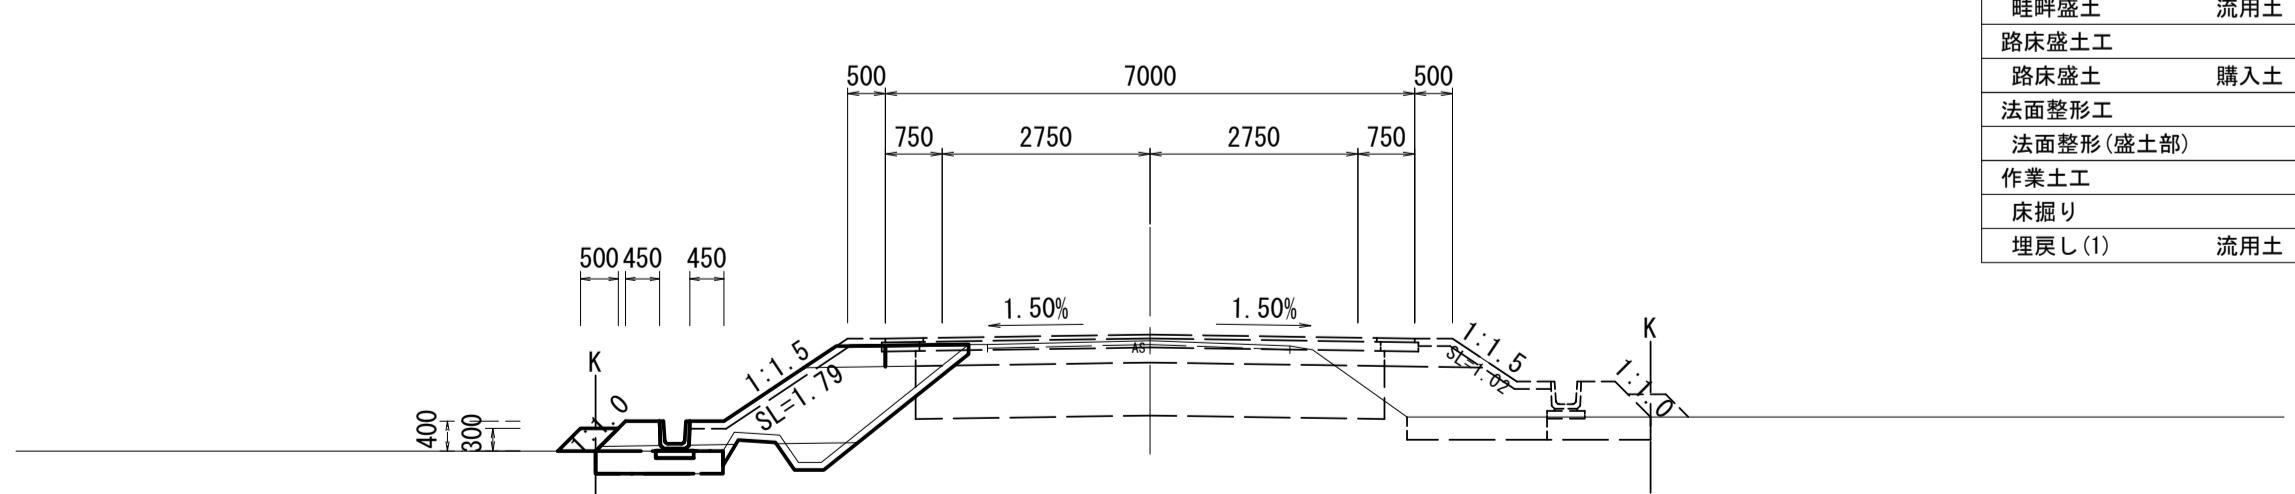

NO. 7

GH=30.25
FH=30.260

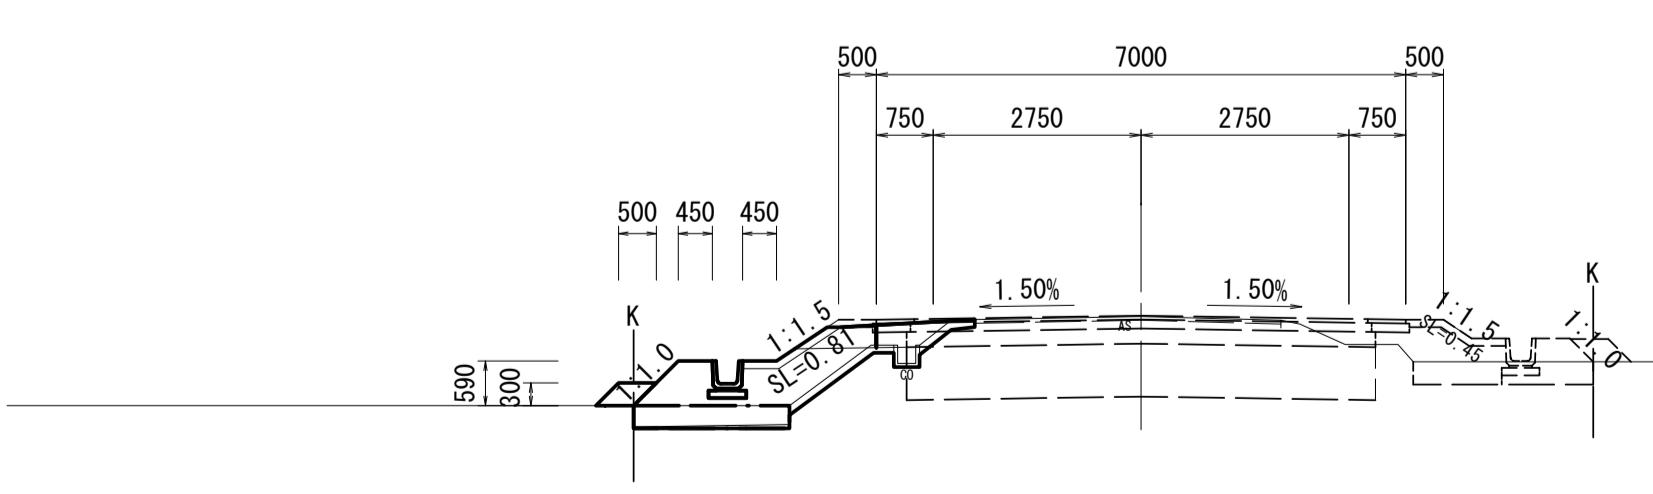

DL=25.00

DL=25.00


※この図面はA1サイズを原寸とする。	
工事名	令和3年度建整道新補第3号 井生波瀬線道路改良工事
施工箇所名	津市一志町井生地内
図面名	横断面図(2)
縮尺	1:100
図面番号	5/10
事業所名	津市建設部建設整備課

横断面図(3)

S=1:100

NO. 11+5.017


GH=29.04
FH=30.930

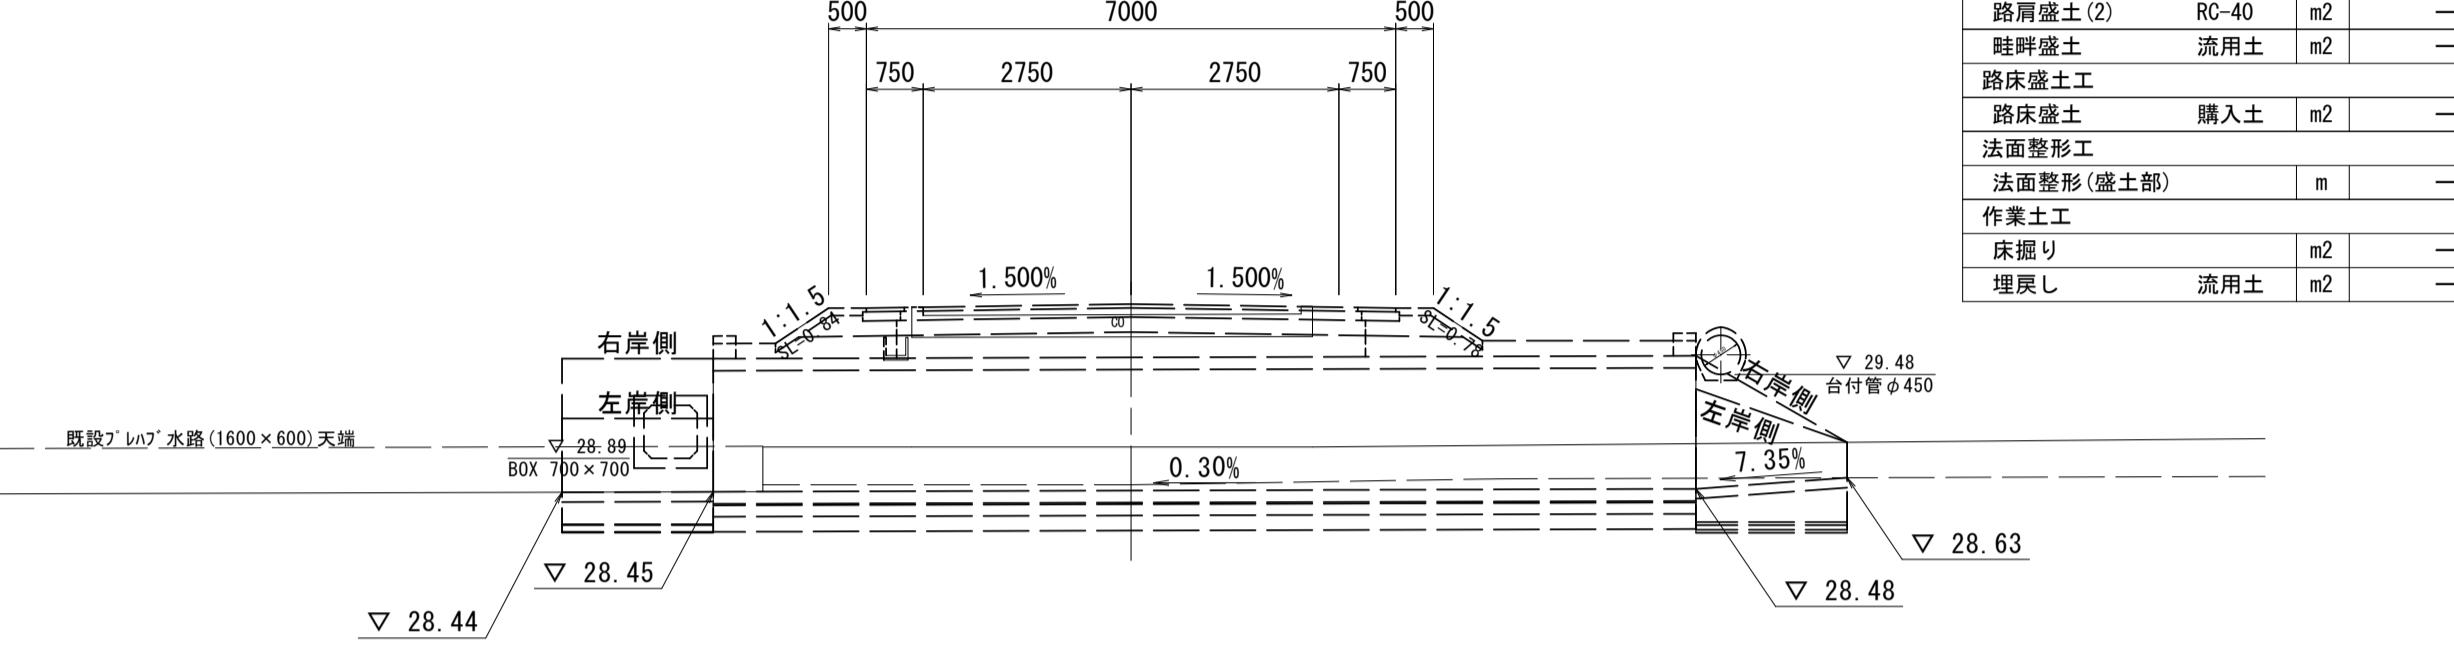

NO. 11+5.017			
掘削工	m2	—	
表土剥ぎ	m2	—	
路床盛土工			
路体盛土	購入土	m2	—
路肩盛土(1)	購入土	m2	—
路肩盛土(2)	RC-40	m2	—
畦畔盛土	流用土	m2	—
路床盛土工			
路肩盛土	購入土	m2	—
路面整形工			
路面整形(盛土部)	m	—	
作業土工			
床掘り	m2	—	
埋戻し	流用土	m2	—

NO. 11


GH=30.83
FH=30.890

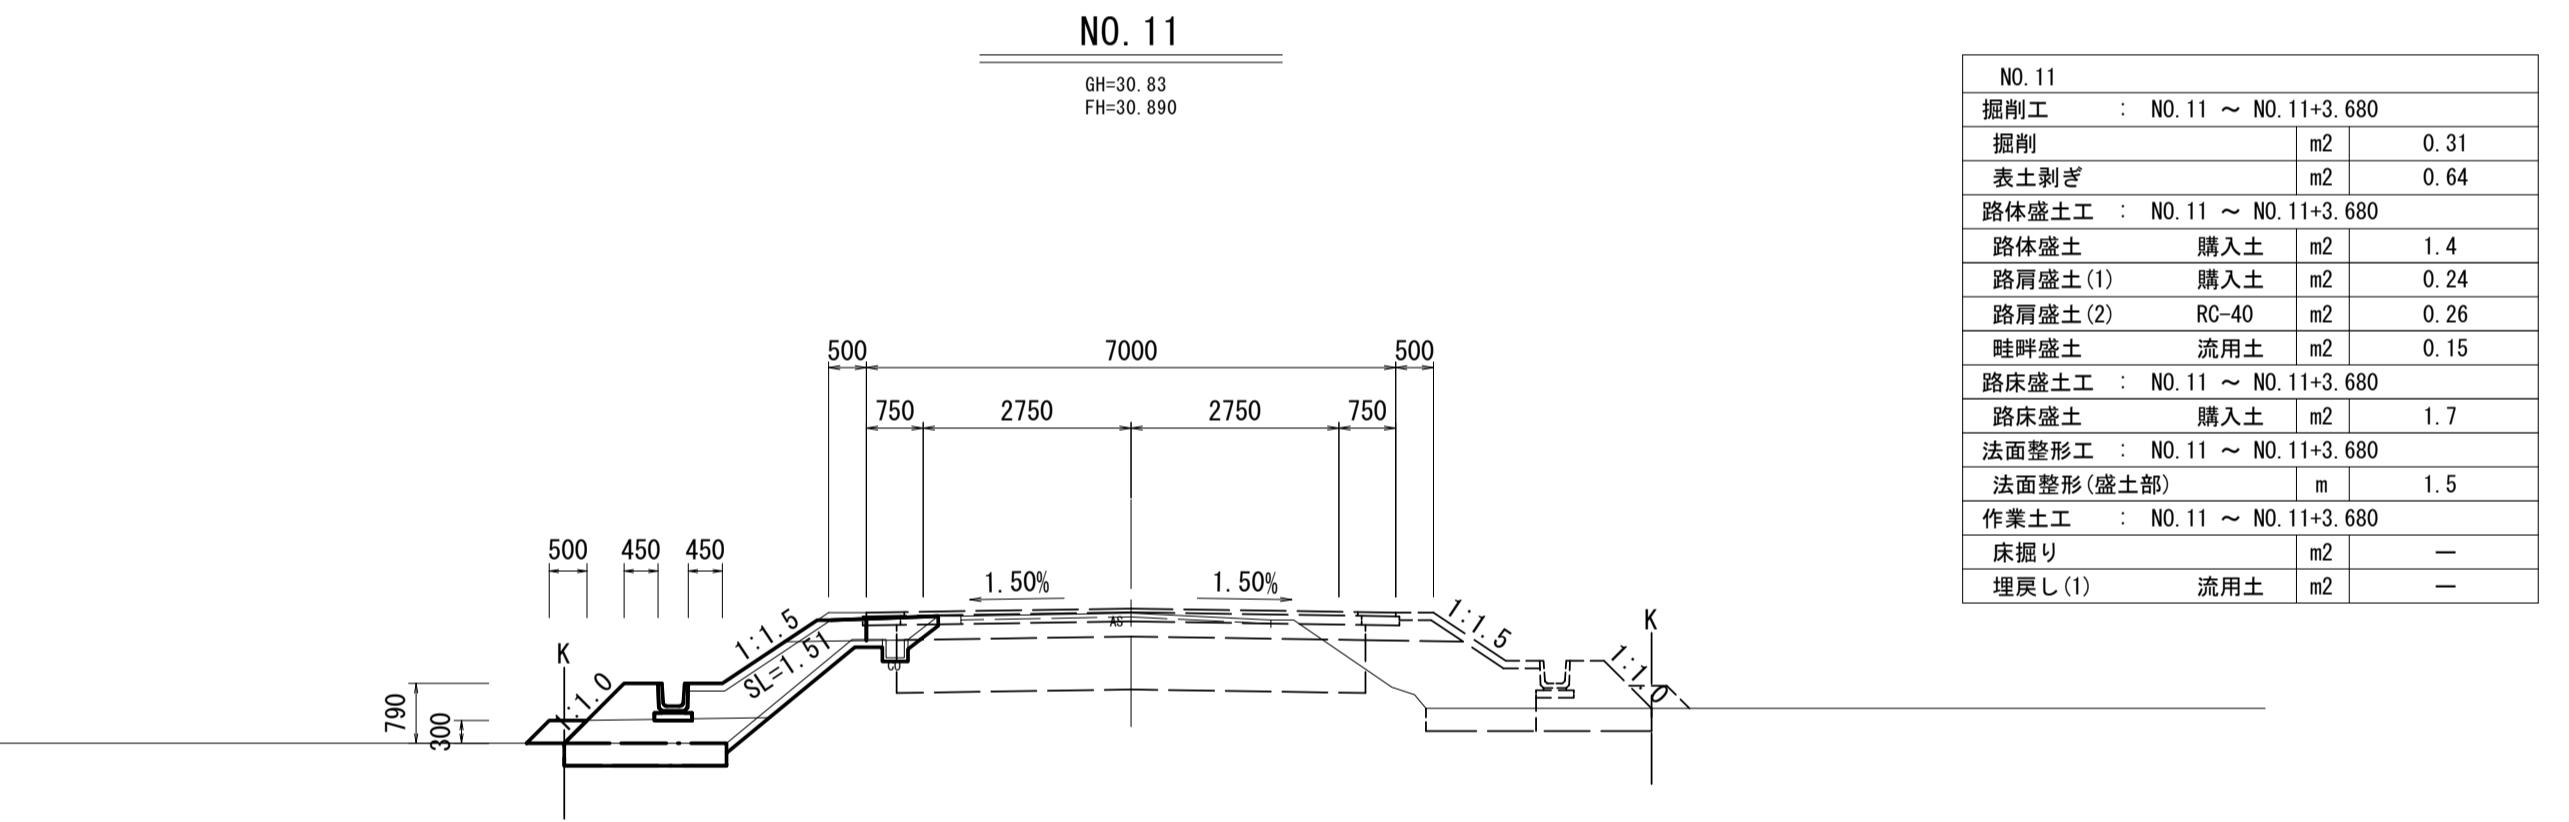

NO. 11			
掘削工	: NO. 11 ~ NO. 11+3.680		
掘削	m2	0.31	
表土剥ぎ	m2	0.64	
路床盛土工	: NO. 11 ~ NO. 11+3.680		
路体盛土	購入土	m2	1.4
路肩盛土(1)	購入土	m2	0.24
路肩盛土(2)	RC-40	m2	0.26
畦畔盛土	流用土	m2	0.15
路床盛土工	: NO. 11 ~ NO. 11+3.680		
路肩盛土	購入土	m2	1.7
路面整形工	: NO. 11 ~ NO. 11+3.680		
路面整形(盛土部)	m	1.5	
作業土工	: NO. 11 ~ NO. 11+3.680		
床掘り	m2	—	
埋戻し(1)	流用土	m2	—

NO. 10

GH=30.71
FH=30.730

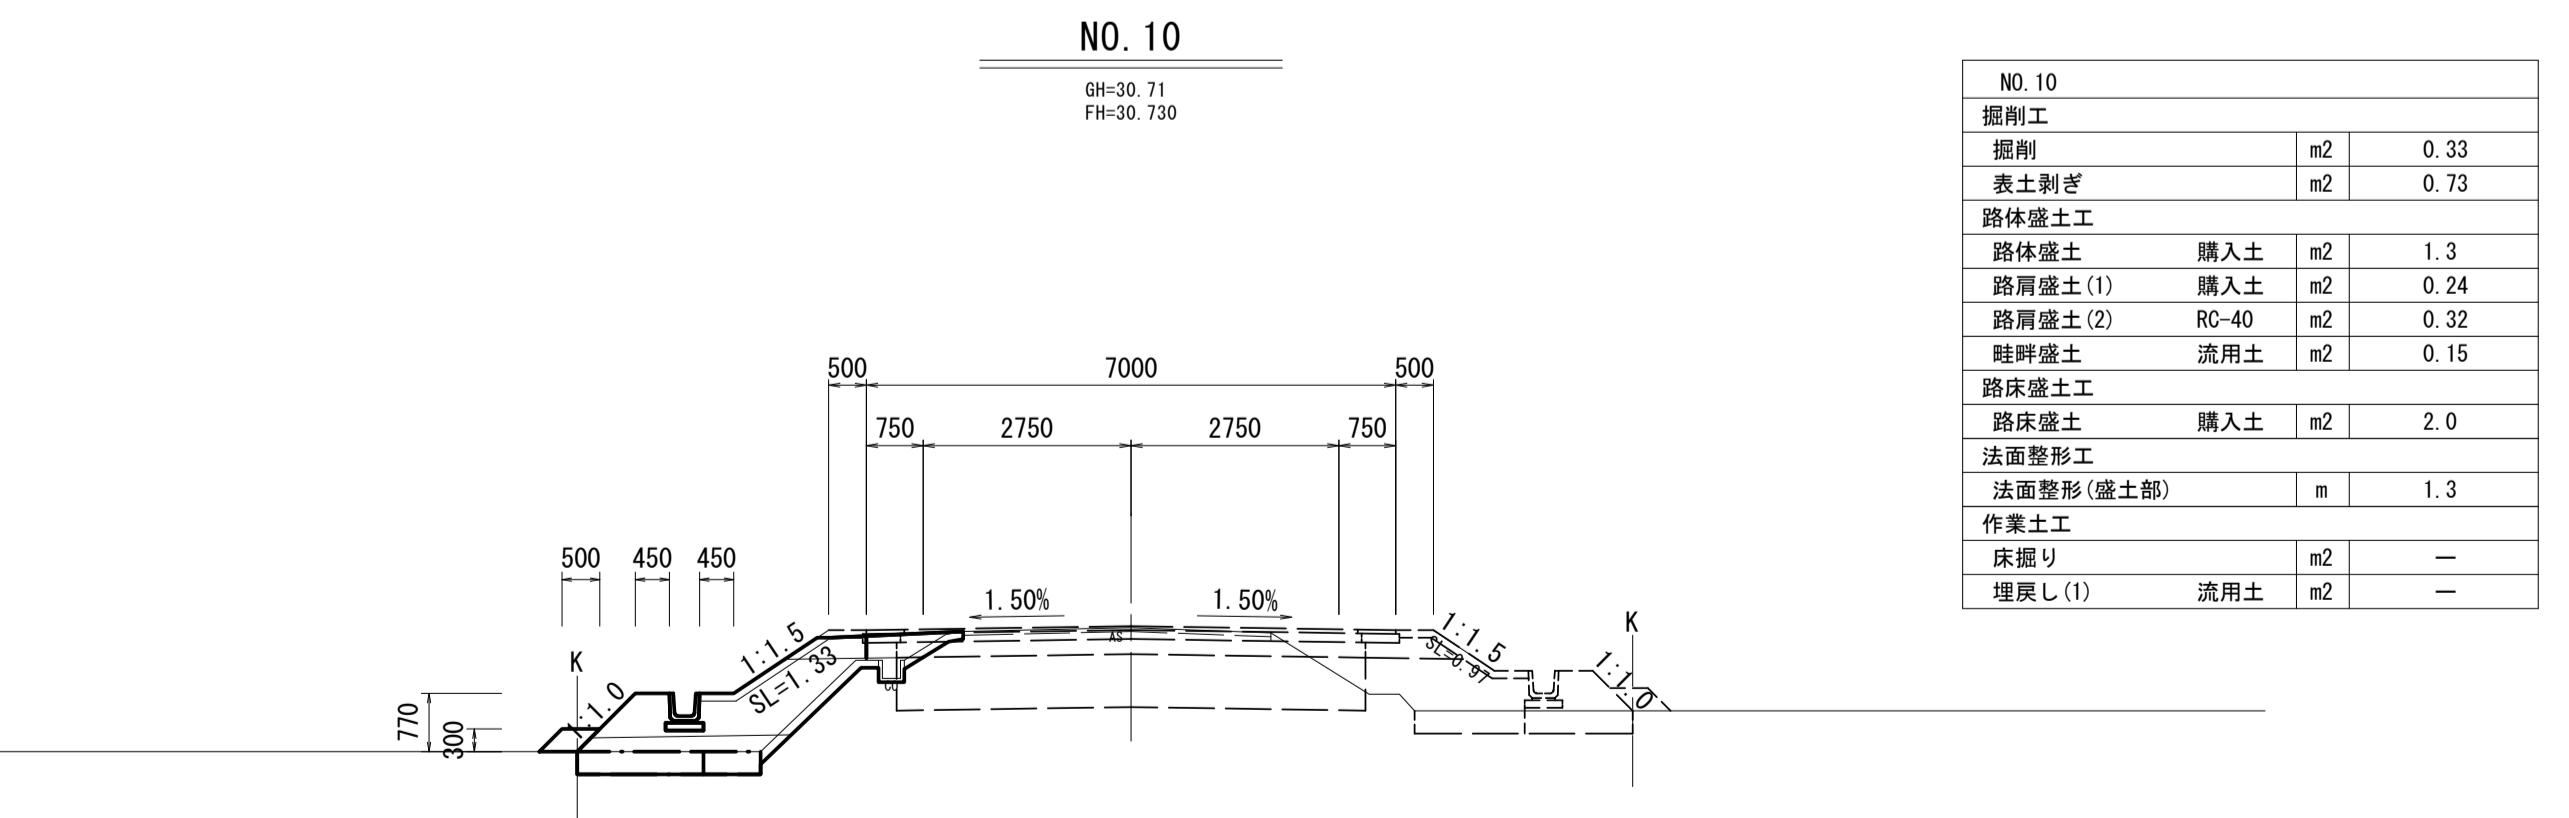


NO. 10			
掘削工			
掘削	m2	0.33	
表土剥ぎ	m2	0.73	
路床盛土工			
路体盛土	購入土	m2	1.3
路肩盛土(1)	購入土	m2	0.24
路肩盛土(2)	RC-40	m2	0.32
畦畔盛土	流用土	m2	0.15
路床盛土工			
路肩盛土	購入土	m2	2.0
路面整形工			
路面整形(盛土部)	m	1.3	
作業土工			
床掘り	m2	—	
埋戻し(1)	流用土	m2	—

※この図面はA1サイズを原寸とする。

工事名	令和3年度建設道新補第3号 井生波瀬線道路改良工事		
施工箇所名	津市一志町井生地内		
図面名	横断面図(3)		
縮尺	1 : 100	図面番号	6/10
事業所名	津市建設部建設整備課		


各種構造図(1)

プレキャストU型側溝
S=1:10

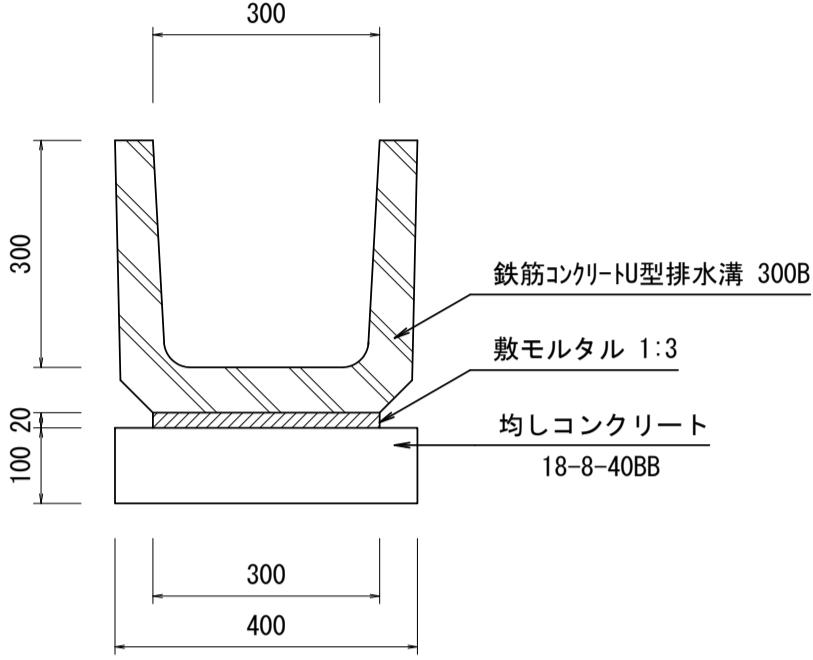


管渠(1)

S=1:10

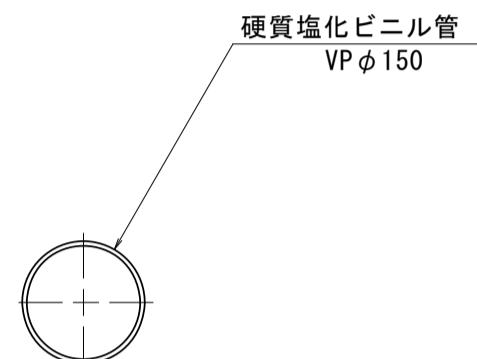

管渠(2)

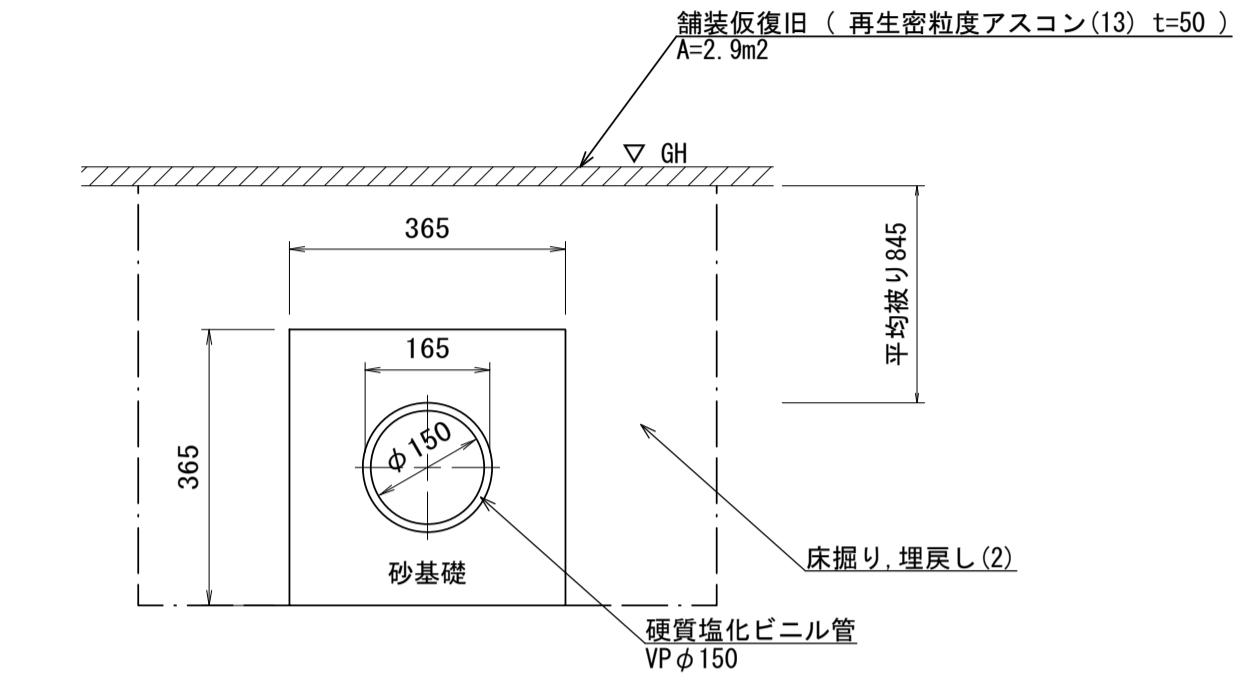


プレキャストU型側溝 数量表				
名 称	規 格	単 位	数 量	備 考
鉄筋コンクリートU型排水溝	300B	本	16.50	アーチ形定品 参考重量t/kg
敷モルタル	1:3	m³	0.06	
均しコンクリート	18-8-40BB	m³	0.40	
同上型枠		m²	2.00	
基面整正		m²	4.00	

管渠(1) 数量表				
名 称	規 格	単 位	数 量	備 考
硬質塩化ビニル管	VP φ150	本	2.50	
敷モルタル	VP φ150	m³	0.06	


管渠(2) 数量表				
名 称	規 格	単 位	数 量	備 考
硬質塩化ビニル管	VP φ150	本	2.50	
砂基礎		m³	1.12	
床掘り		m³	8.49	
埋戻し(2)	RC-40	m³	7.16	

分水栓
S=1:5


A-150

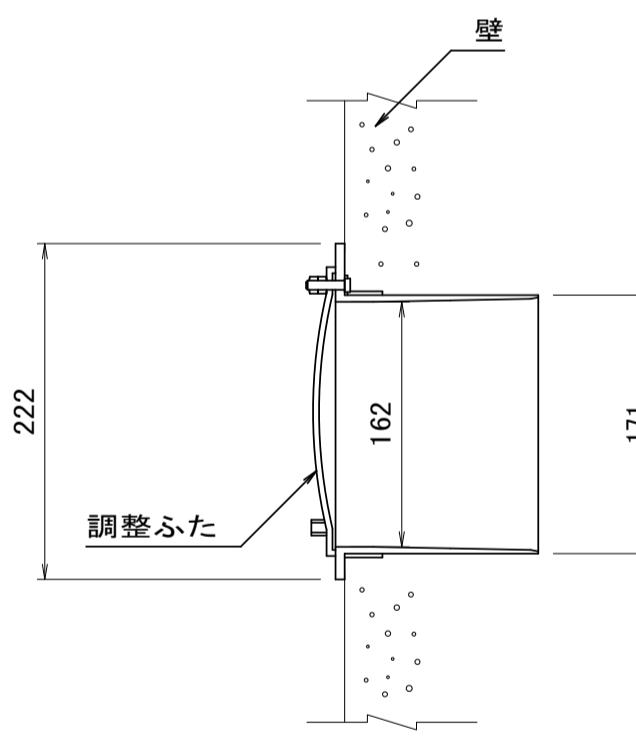

台付管

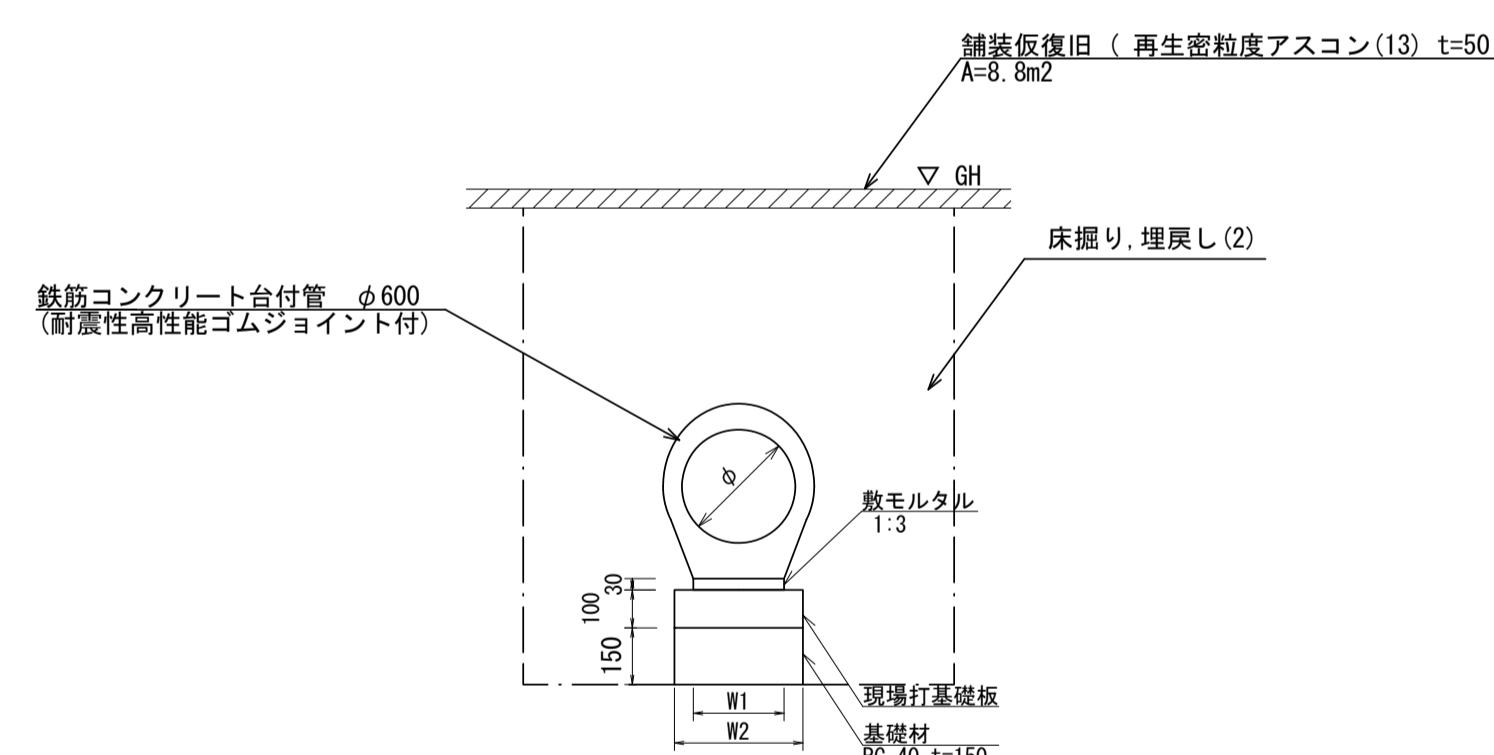

現場打基礎板

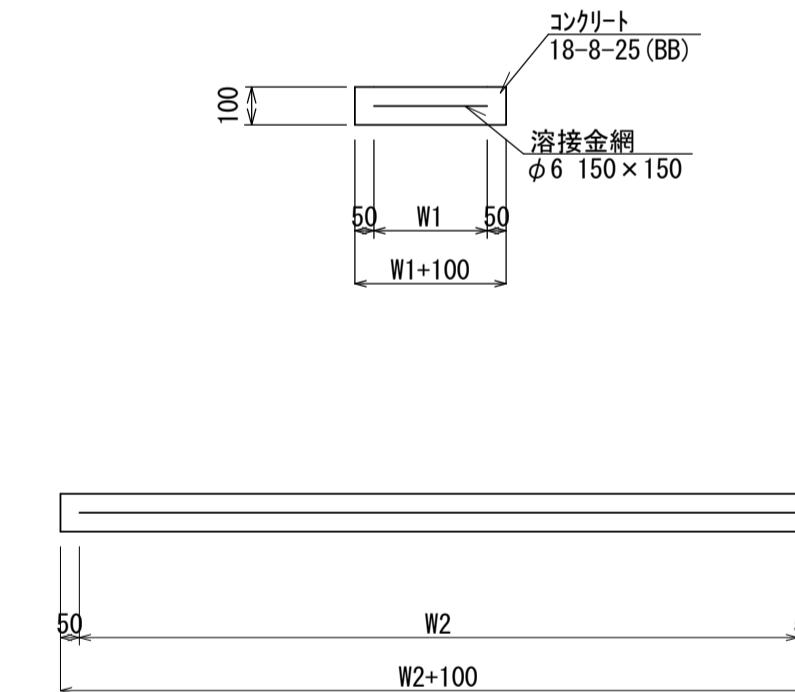

分水栓 数量表				
名 称	規 格	単 位	数 量	備 考
分水栓	A-150	個	10.00	

台付管 数量表				
名 称	規 格	単 位	数 量	備 考
鉄筋コンクリート台付管		本	4.00	L=2500
敷モルタル	1:3	m³	0.14	
現場打基礎板		枚	5.00	
基礎材	RC-40 t=150	m²	5.50	
床掘り		m³	17.01	
埋戻し(2)	RC-40	m³	10.61	
φ	mm	600		
W1	mm	450		
W2	mm	550		



現場打基礎板 数量表				
名 称	規 格	単 位	数 量	備 考
現場打基礎板		枚	10.00	
コンクリート	18-8-25 (BB)	m³	1.10	
同上型枠		m²	3.23	
路盤紙	タラト紙	m²	11.00	
溶接金網	φ6 150x150	m²	8.55	
W1	mm	450		
W2	mm	1900		

※この図面はA1サイズを原寸とする。



工事名	令和3年度建整道新補第3号 井生波瀬線道路改良工事		
施工箇所名	津市一志町井生地内		
図面名	各種構造図(1)		
縮 尺	図示		
事業所名	津市建設部建設整備課	図面番号	7/10

各種構造図(2)



現場打ち集水樹(1)
S=1:20

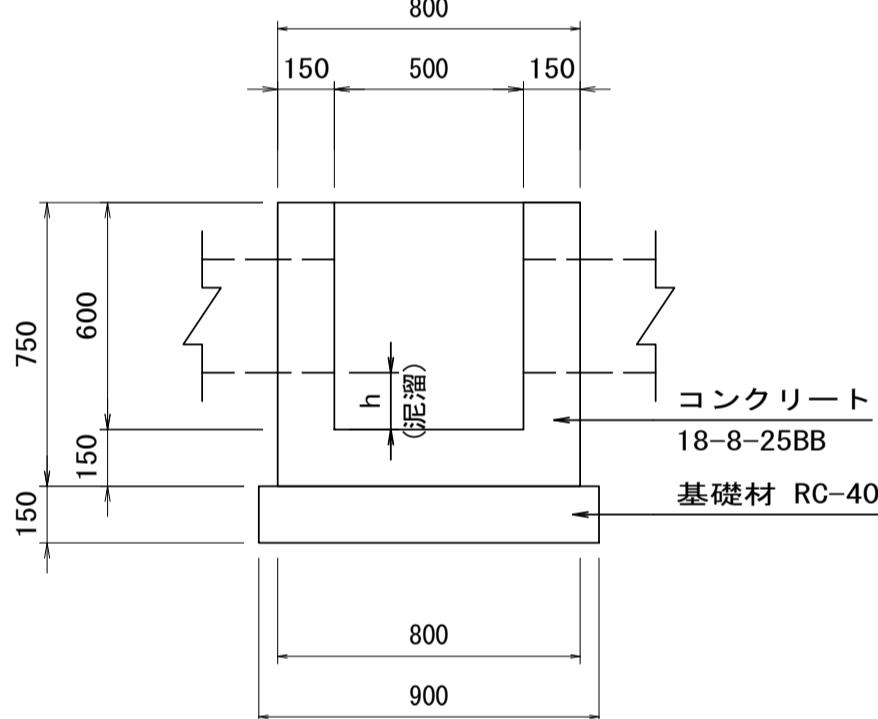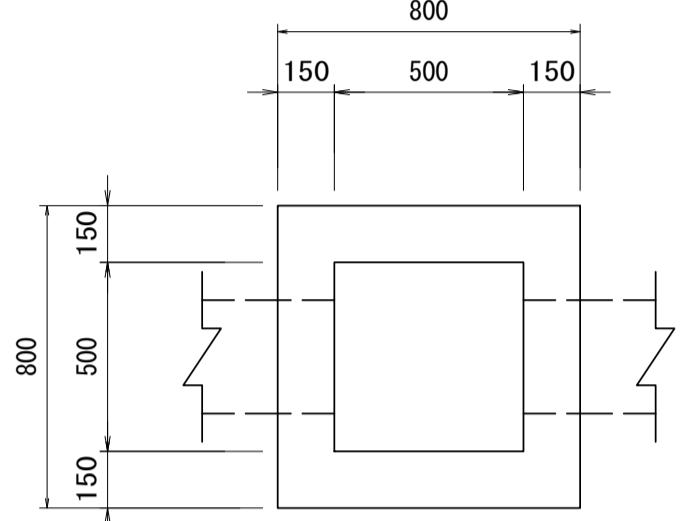




現場打ち集水樹(2)
S=1:20

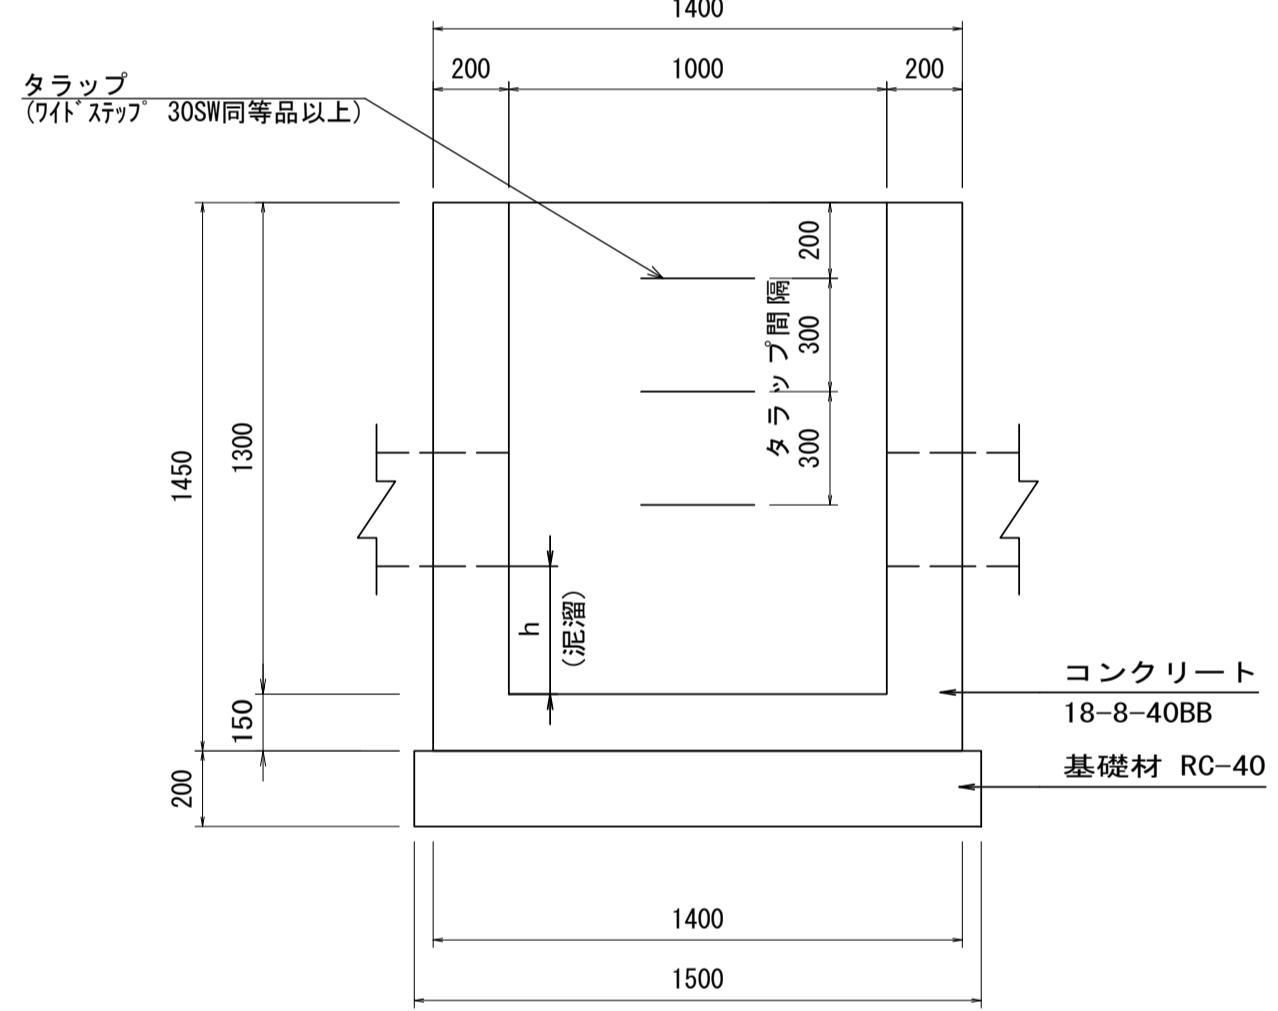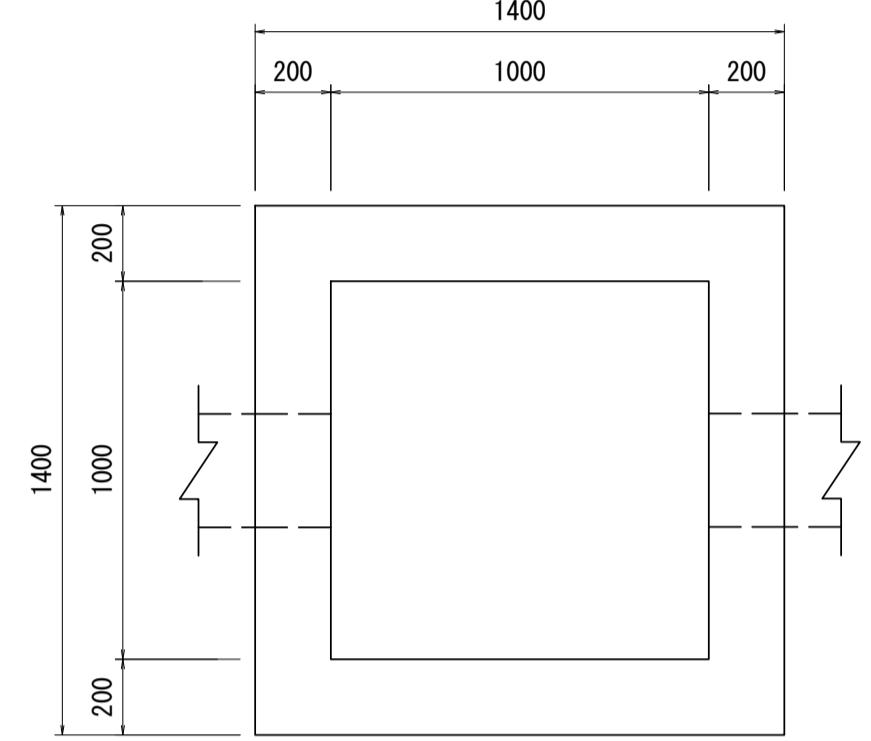

縞鋼板蓋(1)
S=1:20

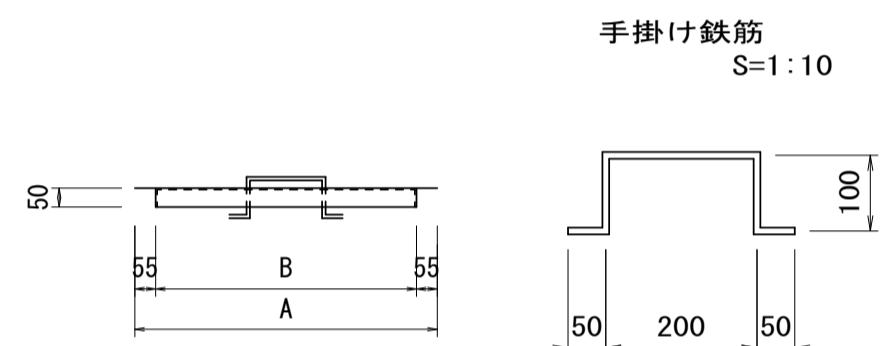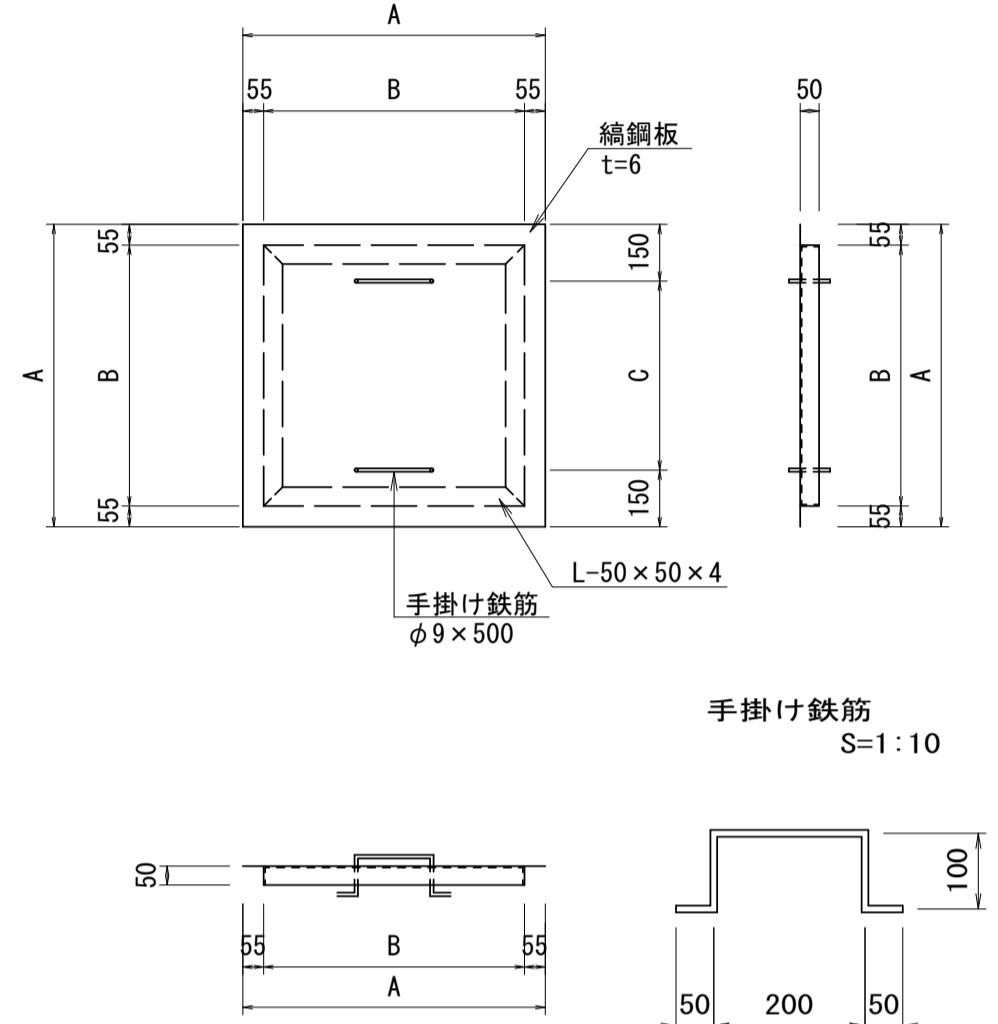

縞鋼板蓋(2)
S=1:20

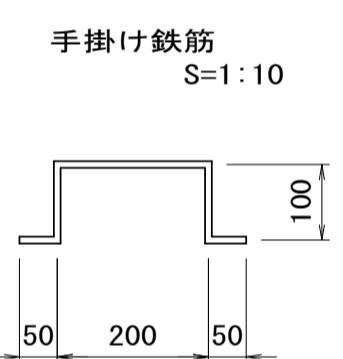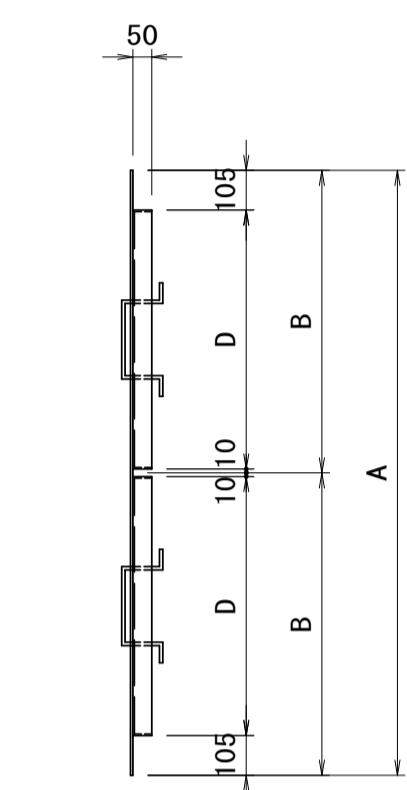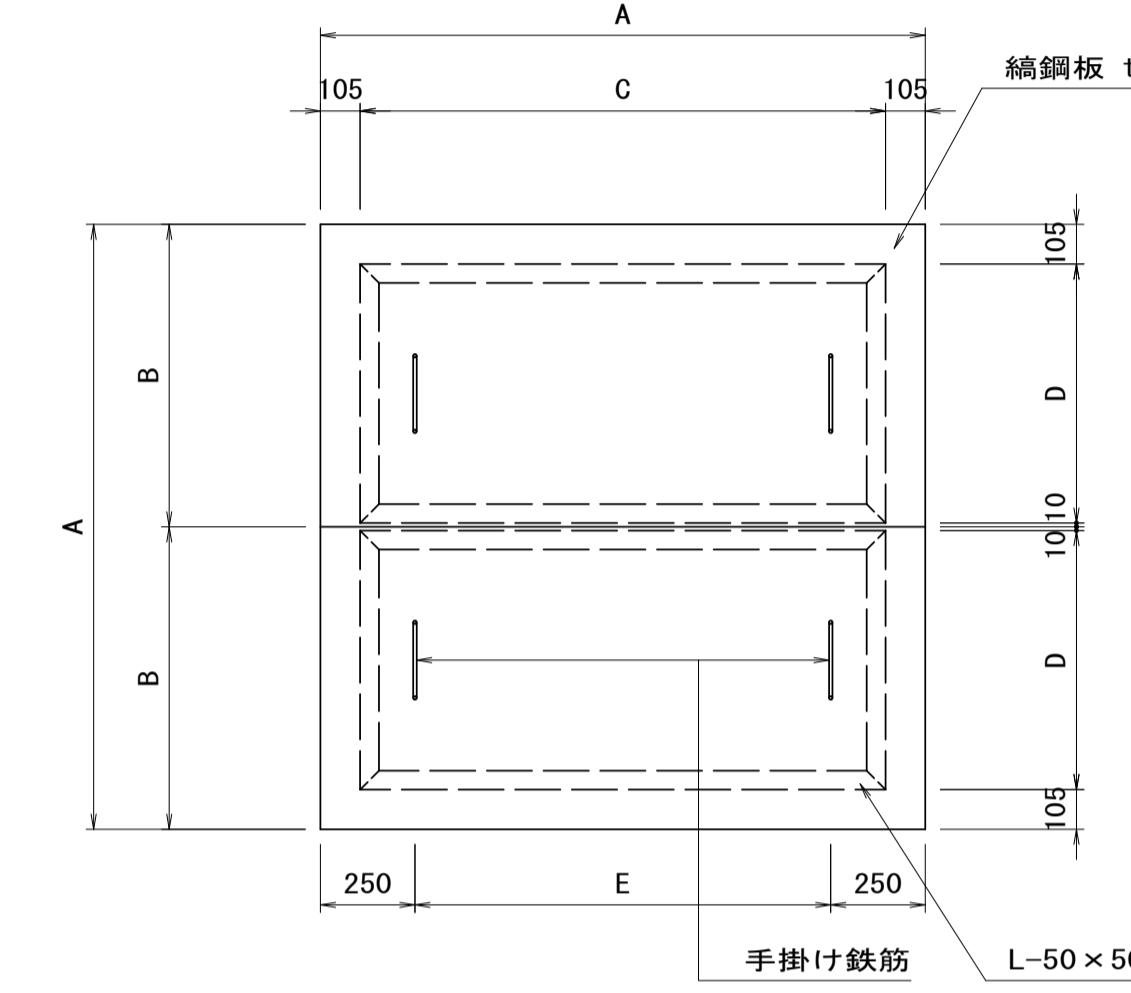

現場打ち集水樹(1) (500×500×600) 数量表					10.0箇所当り
名 称	規 格	単位	数 量	摘 要	
コンクリート	18-8-25BB	m3	2.60		
型枠		m2	44.00		
基礎材	RC-40 t=150	m2	8.10		
基面整正		m2	8.10		
縞鋼板蓋(1)	500×500用	枚	10.00		

現場打ち集水樹(2) (1000×1000×1300) 数量表					10.0箇所当り
名 称	規 格	単位	数 量	摘 要	
コンクリート	18-8-40BB	m3	13.62		
型枠		m2	147.20		
基礎材	RC-40 t=200	m2	22.50		
基面整正		m2	22.50		
タラップ	ワイヤステップ 30SW 同等品以上	個	30.00		
縞鋼板蓋(2)	1000×1000用	組	10.00	2枚割り	

名 称	規 格	寸 法 表 (mm)			10枚当りの数量表			
		A	B	C	(t) 縞鋼板 t=6	(t) 等辺山形鋼 L-50x50x4	(t) 鉄 筋 φ9	(t) 亜鉛メッキ 対象重量
縞鋼板蓋	500×500用	600	490	300	0.176	0.060	0.005	0.241

注)1. 溶融亜鉛メッキは、JIS H6641 2種40(HDZ40)とする。

寸 法 表 (No.0+16.0000:左)					
方向	入出 区分	水路断面 (控除寸法)	底高 [m]	樹天高 [m]	泥溜h [m]
①	-		-		
②	流出	フレキヤストU型側溝(既設) (300×300)	▽28.030		
③	流入	フレキヤストU型側溝 (300×300)	▽28.030		
④	-		-		

寸 法 表 (No.6+3.500:左)					
方向	入出 区分	水路断面 (控除寸法)	底高 [m]	樹天高 [m]	泥溜h [m]
①	-		-		
②	流出	フレキヤストU型側溝(既設) (300×300)	▽28.070		0.36
③	流入	フレキヤストU型側溝 (300×300)	▽29.300		0.59
④	流入	台付管(2) (A=0.283m2)	▽29.070		0.36

寸 法 表 (No.6+3.500:右)					
方向	入出 区分	水路断面 (控除寸法)	底高 [m]	樹天高 [m]	泥溜h [m]
①	-		-		
②	流出	台付管(2) (A=0.283m2)	▽29.120		0.31
③	流入	フレキヤストU型側溝 (300×300)	▽29.610		0.80
④	流入	フレキヤストU型側溝(既設) (450×450)	▽29.120		0.31


形 式	集水樹の内幅	寸 法 表 (mm)					10組当りの数量表			
		A	B	C	D	E	(t) 縞鋼板 t=6	(t) 等辺山形鋼 L-50x50x4	(t) 鉄 筋 φ9	(t) 亜鉛メッキ 対象重量
縞鋼板蓋	1000×1000用	1200	600	990	485	700	0.702	0.181	0.010	0.893

工事名	令和3年度建整道新補第3号 井生波瀬線道路改良工事		
施工箇所名	津市一志町井生地内		
図面名	各種構造図(2)		
縮 尺	図示		
事業所名	津市建設部建設整備課		


※この図面はA1サイズを原寸とする。

構造物撤去工詳細図

U字溝240取壊し
S=1:10

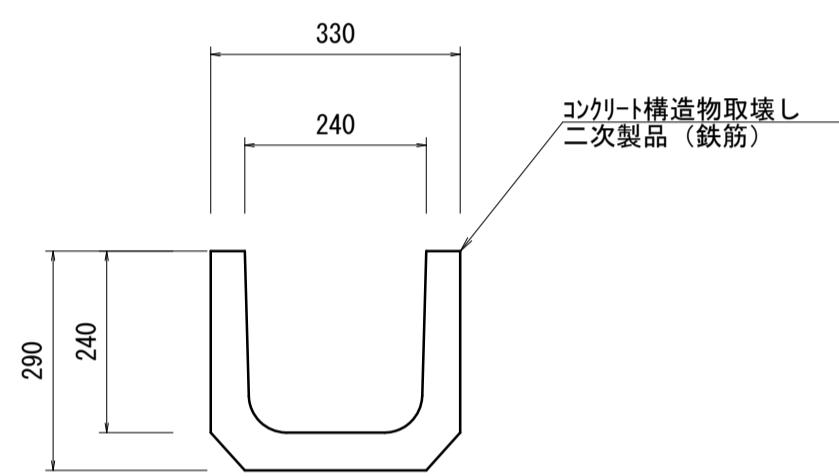


U字溝450取壊し
S=1:10

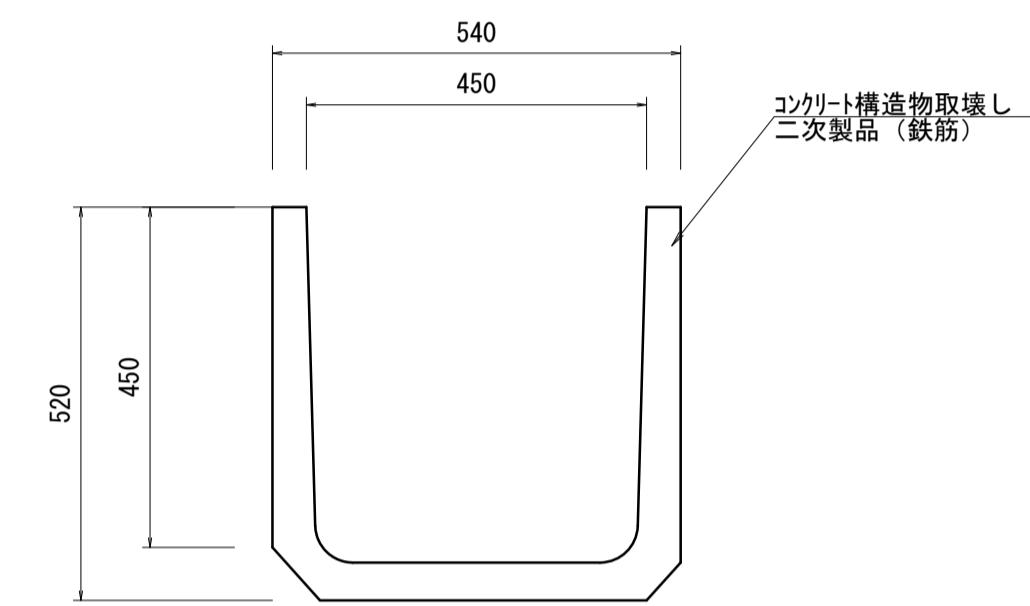


U字溝240取壊し 10.0m当り				
名 称	規 格	単位	数 量	摘 要
コンクリート構造物取壊し	二次製品(鉄筋)	m3	0.40	

U字溝450取壊し 10.0m当り				
名 称	規 格	単位	数 量	摘 要
コンクリート構造物取壊し	二次製品(鉄筋)	m3	0.70	

管渠撤去

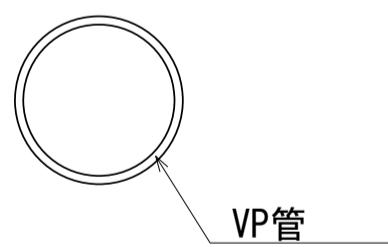

管渠(1), (2)取壊し

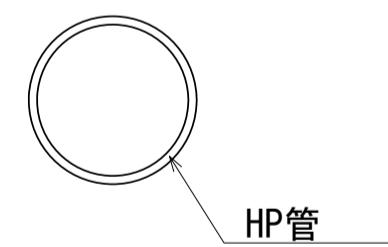

管渠撤去 10.0m当り				
名 称	規 格	単位	数 量	摘 要
管渠(1)撤去	VP管 φ150	m3	0.04	

管渠(1), (2)取壊し 10.0m当り				
名 称	規 格	単位	数 量	摘 要
コンクリート構造物取壊し	HP管 φ150	m3	0.16	管渠(1)
コンクリート構造物取壊し	HP管 φ450	m3	0.62	管渠(2)

※この図面はA1サイズを原寸とする。

工事名	令和3年度建整道新補第3号 井生波瀬線道路改良工事		
施工箇所名	津市一志町井生地内		
図面名	構造物撤去工詳細図		
縮 尺	図示 図面番号 10/10		
事業所名	津市建設部建設整備課		