
計画平面図


S=1:500

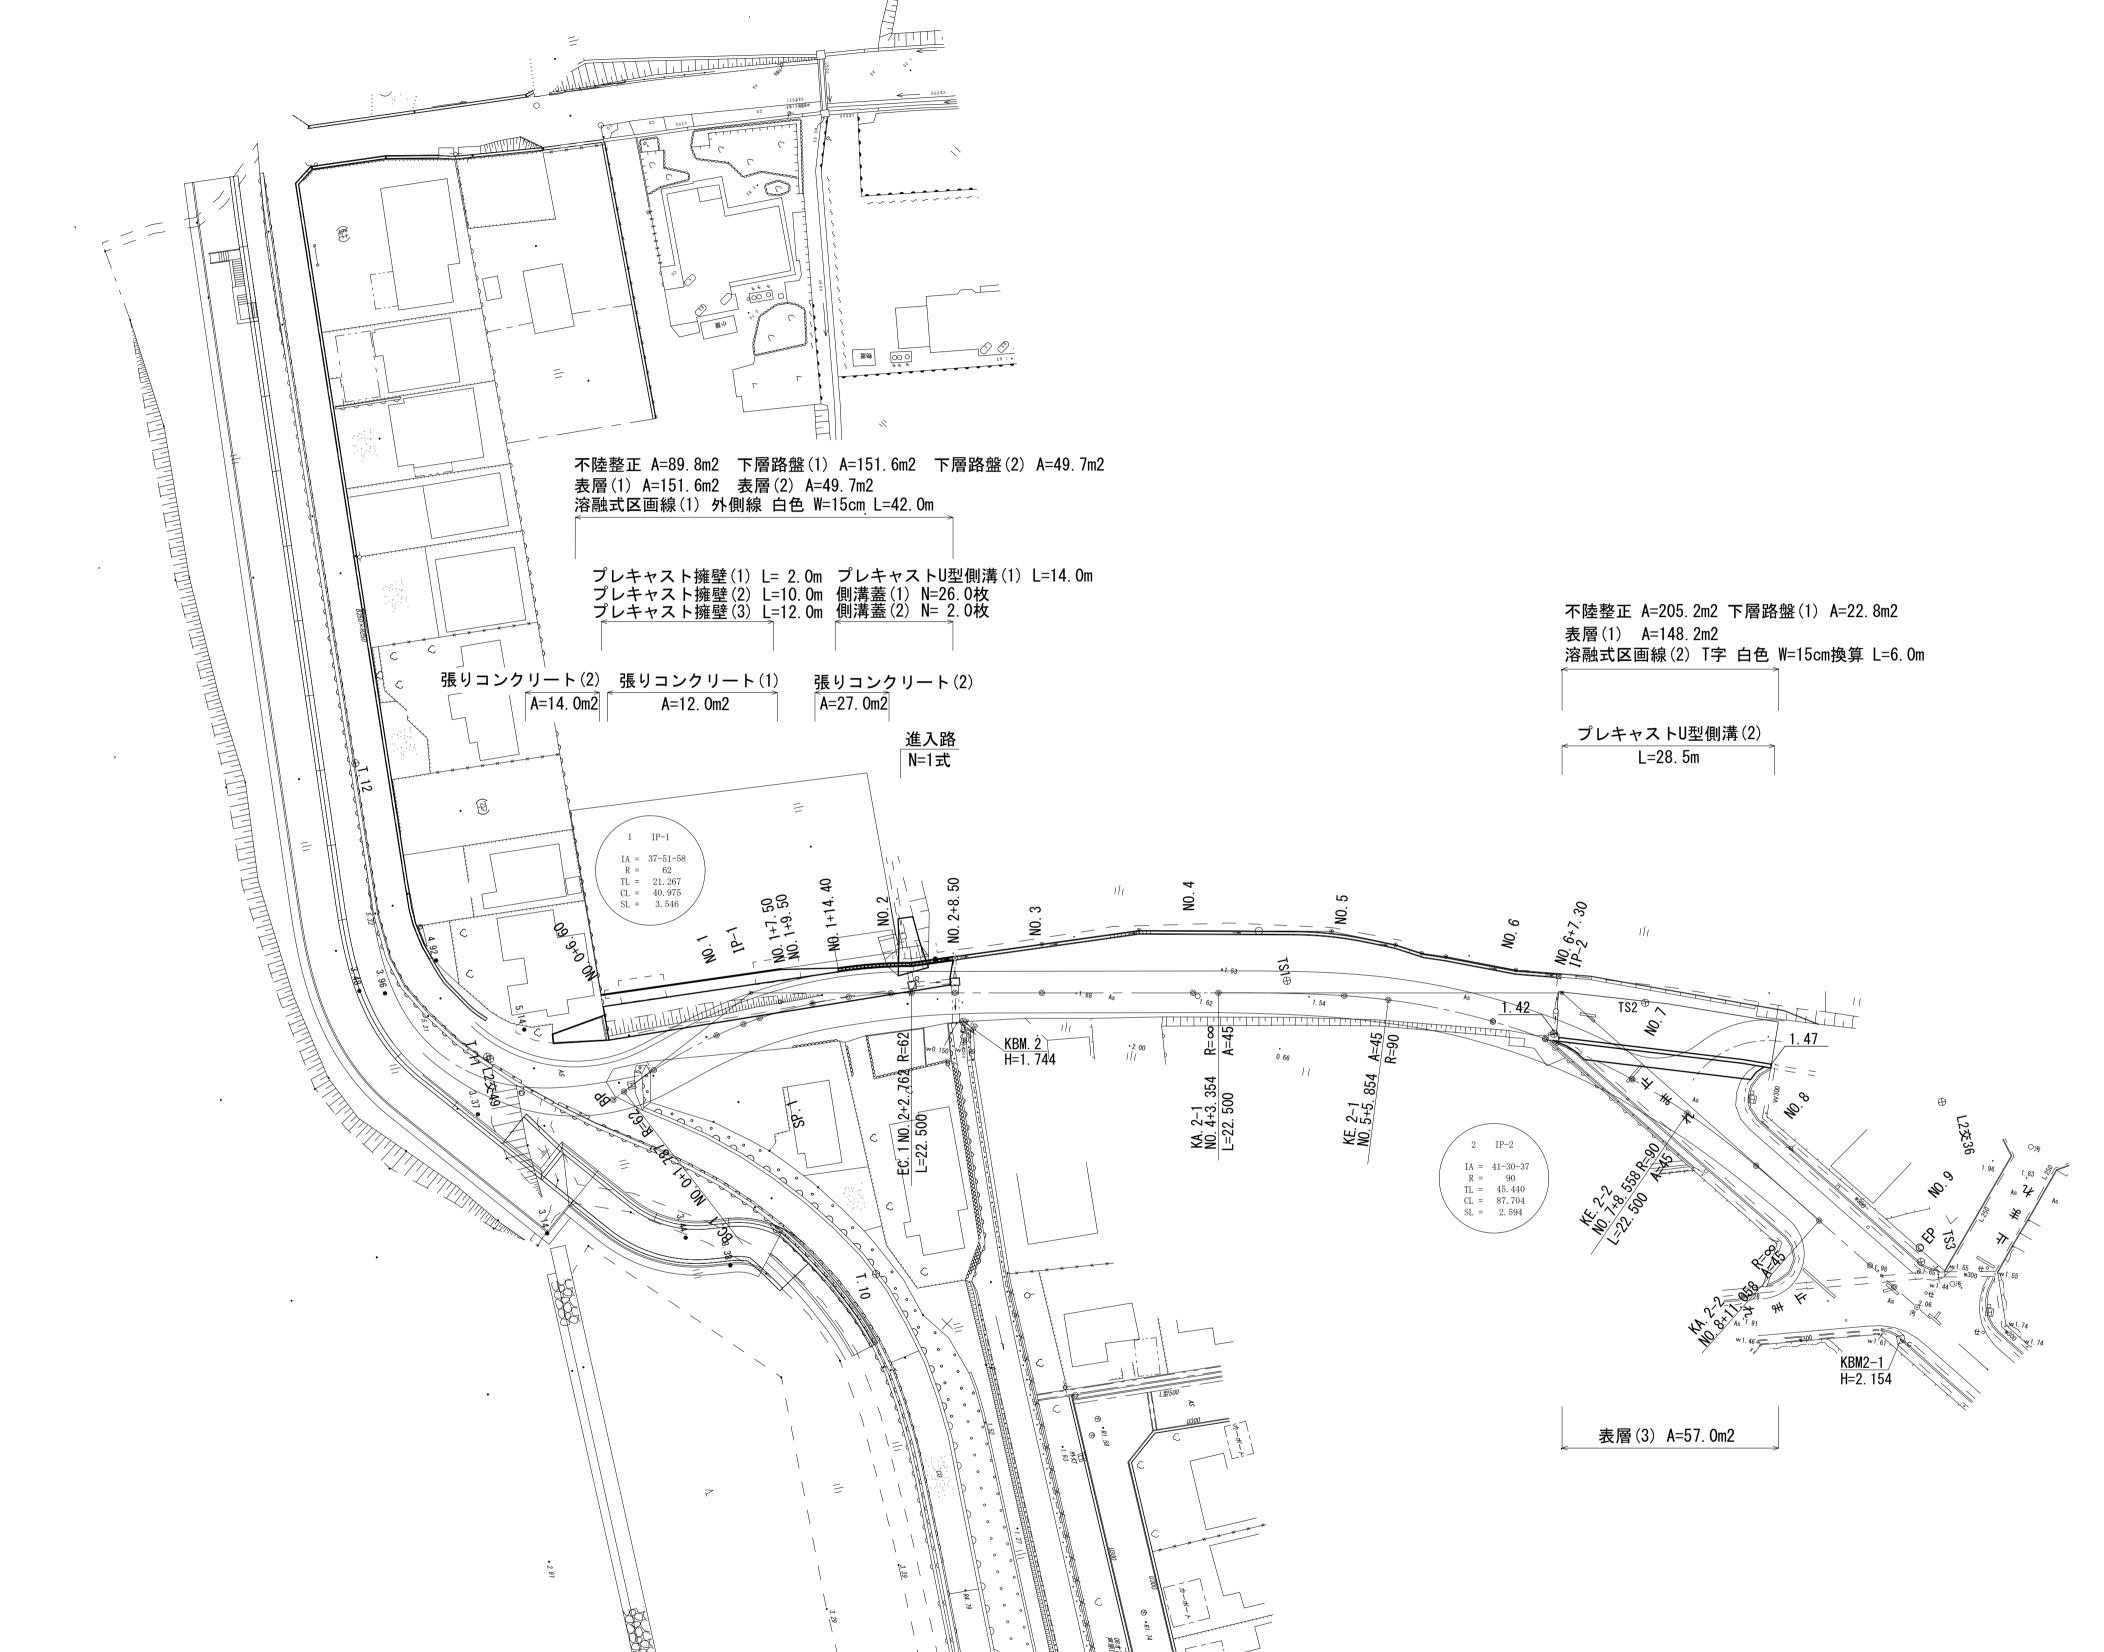



この図面はA1サイズを原寸とする。			
工事名	令和5年度建整道新第1号 河芸町島崎町線道路改良工事		
施工箇所名	津市河芸町上野地内		
図面の種類	計画平面図		
縮尺	1:500	図面番号	1/9
事業所名	津市建設部建設整備課		


縦断面図 ^{縦1:100} 横1:500

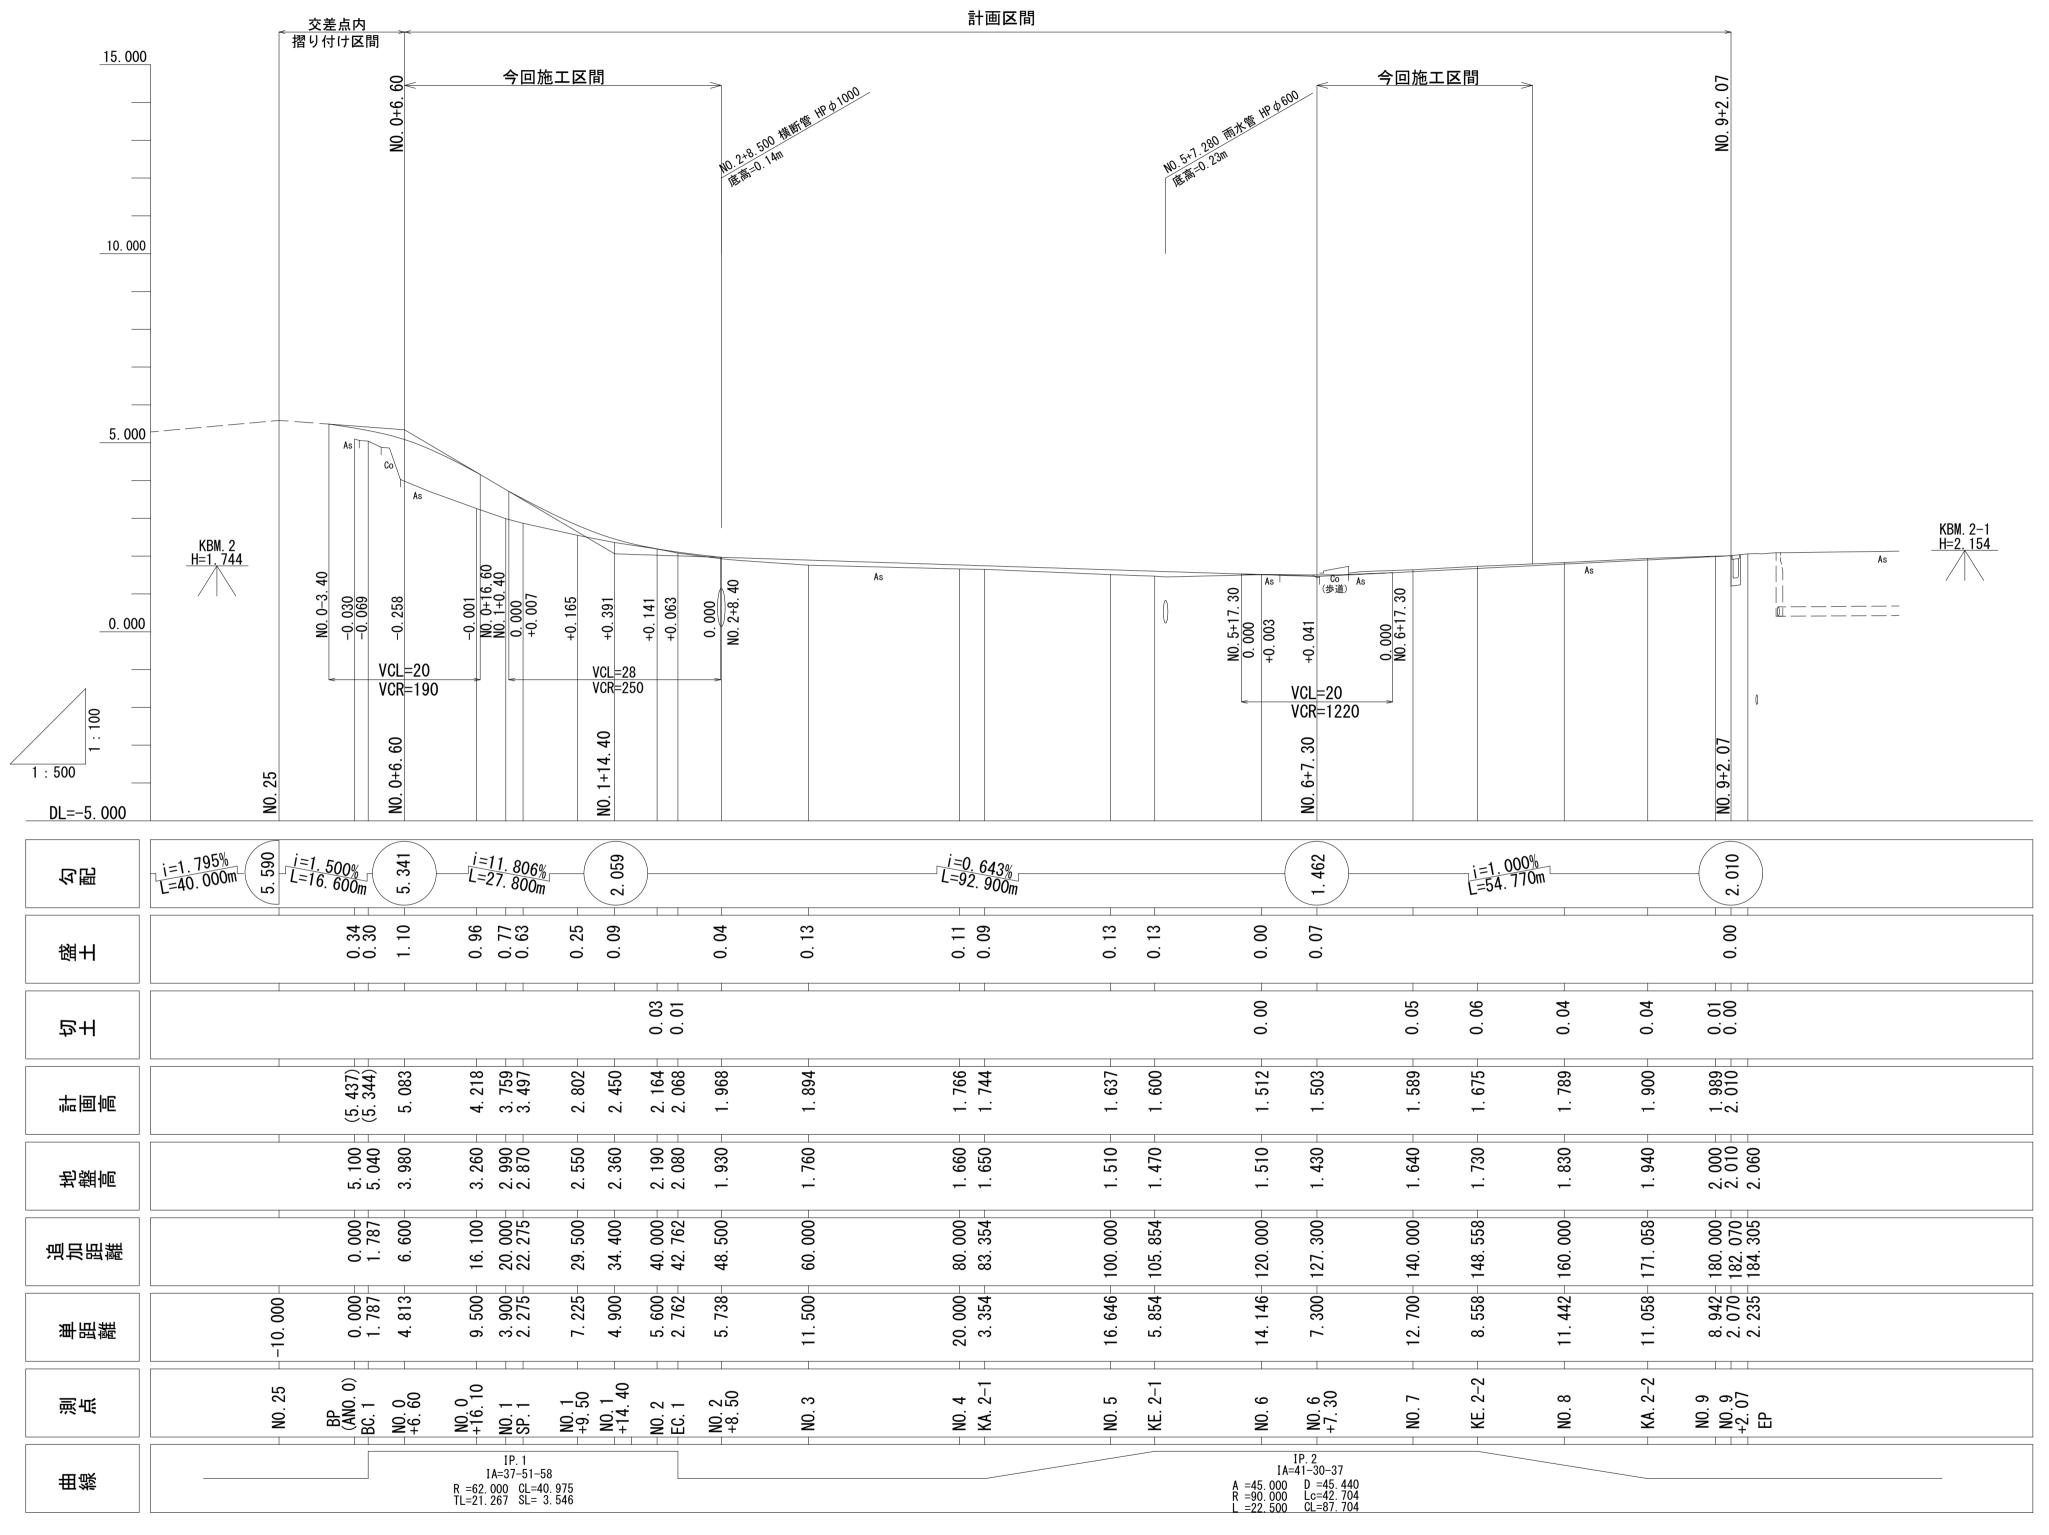

※この縦断面図は完成形の計画図である。

この図面はA1サイズを原寸とする。				
工事名	令和5年度建整道新第1号 河芸町島崎町線道路改良工事			
施工箇所名	津市河芸町上野地内			
図面の種類	縦断面図			
縮尺	図示	図面番号	2/9	
事業所名	津市建設部建設整備課			


SP. 1 (No.1+2. 30) 付近

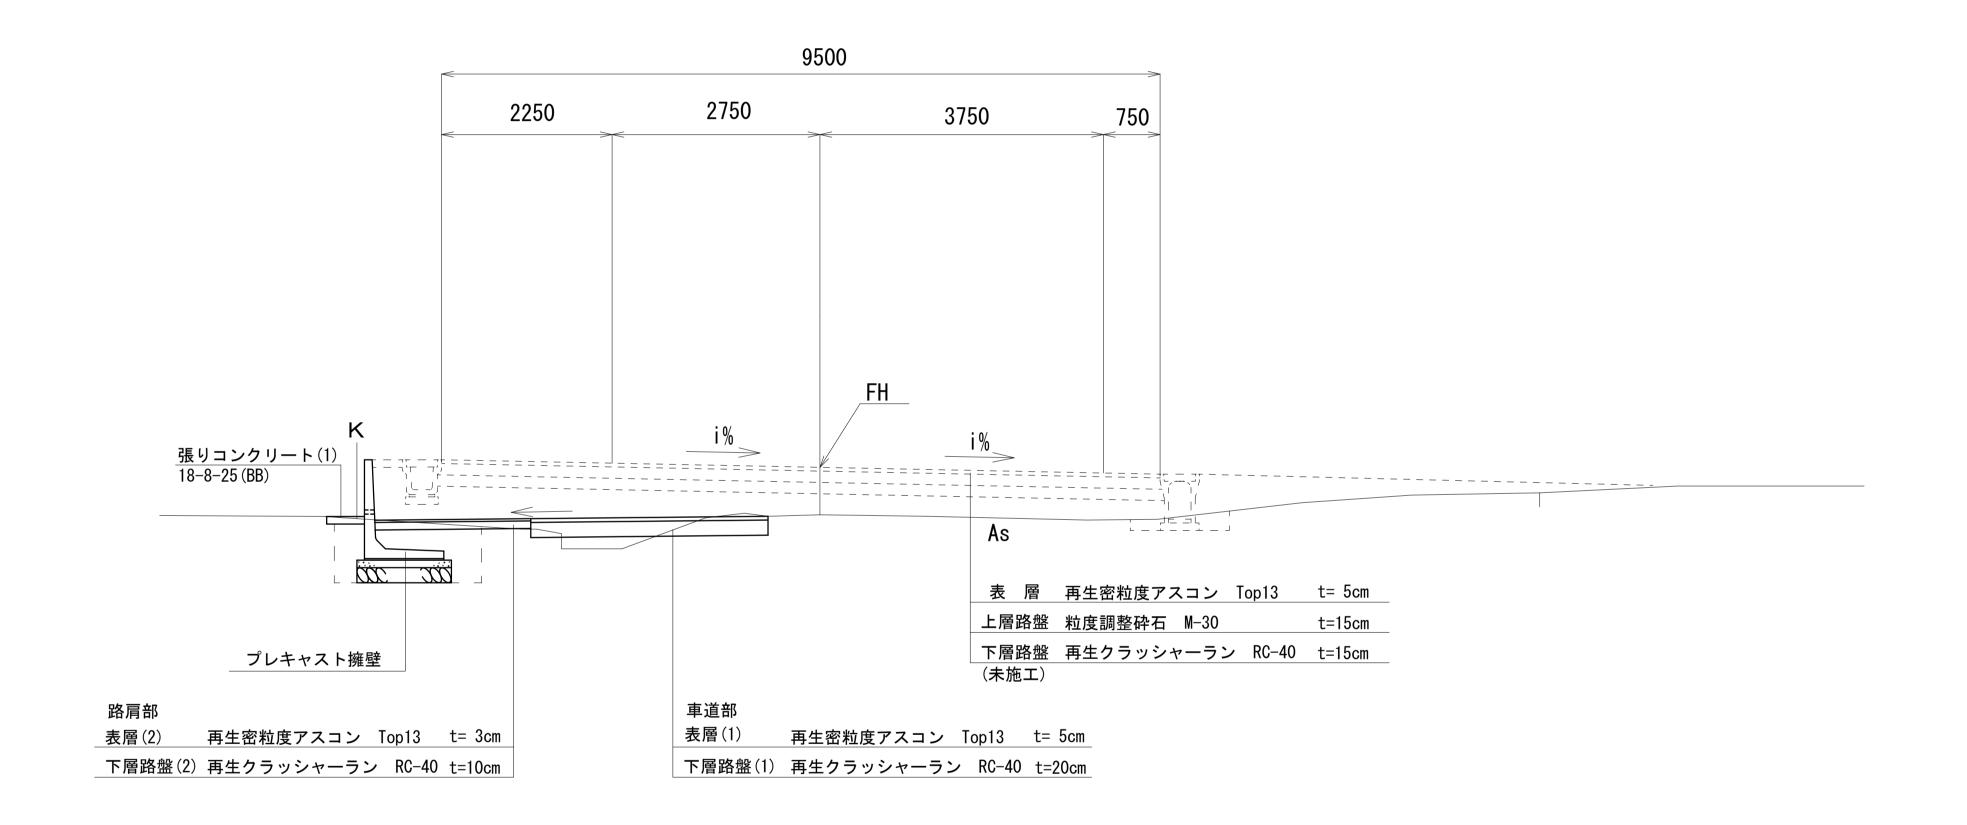

この図面はA1サイズを原寸とする。				
工事名	令和5年度建整道新第1号 河芸町島崎町線道路改良工事			
施工箇所名	津市河芸町上野地内			
図面の種類	標準断面図			
縮尺	1:50	図面番号	3/9	
事業所名	津市建設部建設整備課			

横断面図(1) S=1:100


SP. 1 (No.1+2. 30)
GH=2. 87
FH=3. 497

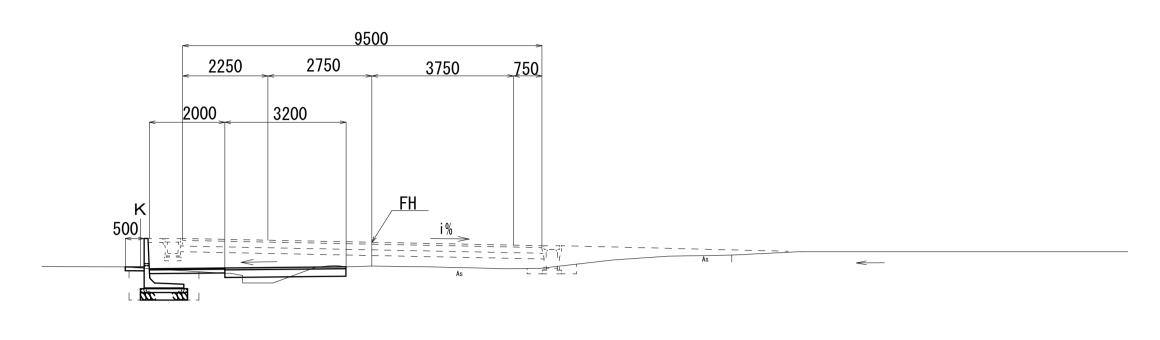


SP. 1 (No.1+2. 3)

5r. 1 (140.1±2.3)				
	0. 27			
購入土	0. 16			
	1.50			
t=50	3. 20			
t=30	2. 00			
t=200	3. 20			
t=100	2. 00			
t=100	0. 50			
	t=50 t=30 t=200 t=100			

DL=0. 000

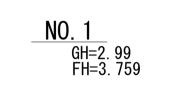

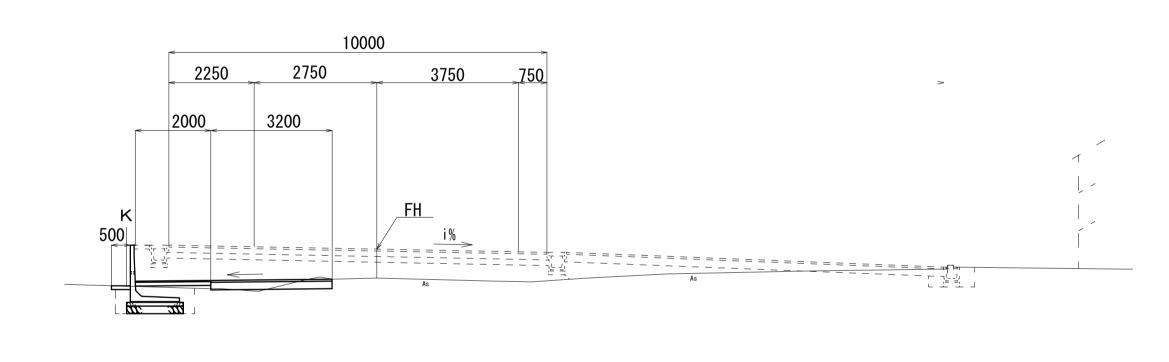

掘り削		0. 27
路床盛土	購入土	0. 12
不陸整正		1. 50
表層(1)	t=50	3. 20
表層(2)	t=30	2. 00
下層路盤(1)	t=200	3. 20
下層路盤(2)	t=100	2. 00
張りコンクリート(1)	t=100	0. 50

業土工(擁壁)				
掘り		1. 49		
夏戻し(1)	購入土	0. 53		
夏戻し(2)	流用土	0. 23		

作業土工(擁壁)

埋戻し(1) 購入土

SP. 1 (No.1+2. 3) ~ No.1+7. 50

埋戻し(2) 流用土 0.28


1. 51

0. 48

床掘り

DL=0.000

NO. 0+6. 60
GH=3. 98
FH=5. 083

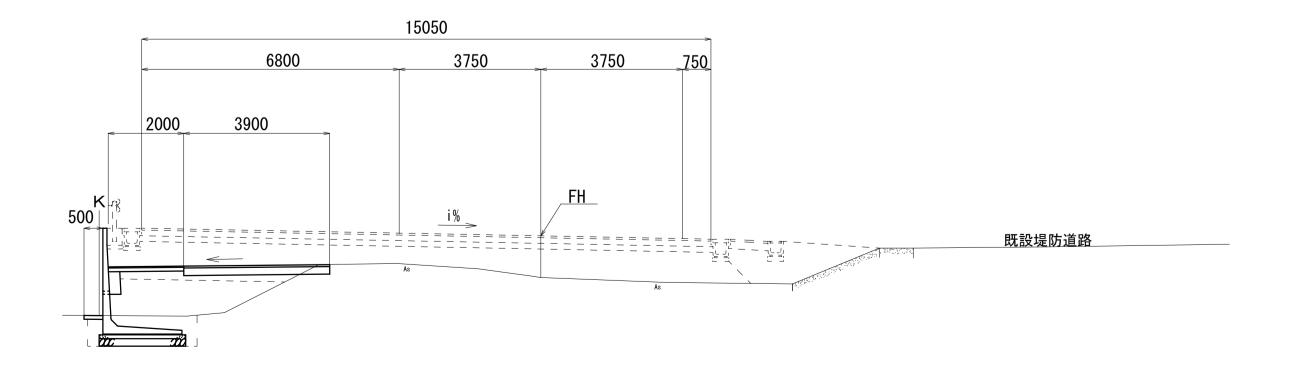

作業土工(擁壁)				
床掘り		2. 34		
埋戻し(1)	購入土	0. 87		
埋戻し(2)	流用土	0. 25		
裏込材	単粒度砕石	0. 18		

NO. 0+6. 60

DL=0. 000

NO. 0+6. 60


掘削		0. 11
路体盛土	購入土	3. 45
路床盛土	購入土	0. 82
不陸整正		0. 80
表層(1)	t=50	3. 90
表層(2)	t=30	2. 00
下層路盤(1)	t=200	3. 90
下層路盤(2)	t=100	2. 00
張りコンクリート(1)	t=100	0. 50

この図面はA1サイズを原寸とする。


		<u> </u>	
工事名	令和5年度建整道新第1号 河芸町島崎町線道路改良工事		
施工箇所名	津市河芸町上野地内		
図面の種類	横断面図(1)		
縮尺	1:100 図面番号 4/9		4/9
事業所名	津市建設部建設整備課		


横断面図(2)

=1:100

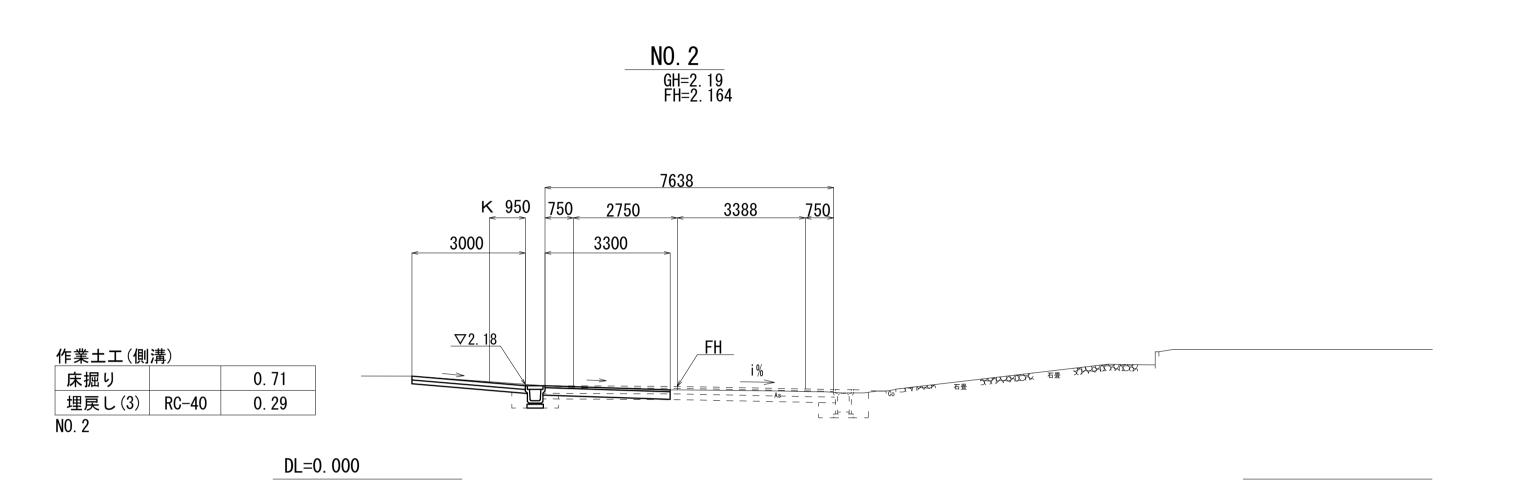

NO. 2		
掘削		1. 42
不陸整正		2. 90
表層(1)	t=50	3. 30
下層路盤(1)	t=200	3. 30
張りコンクリート(2)	t=100	3. 00

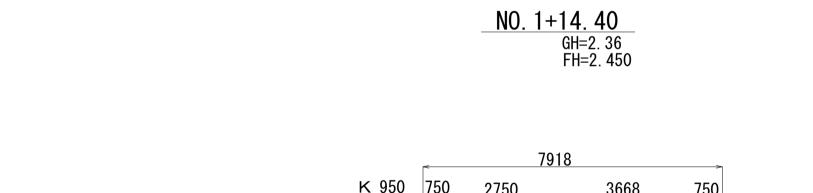

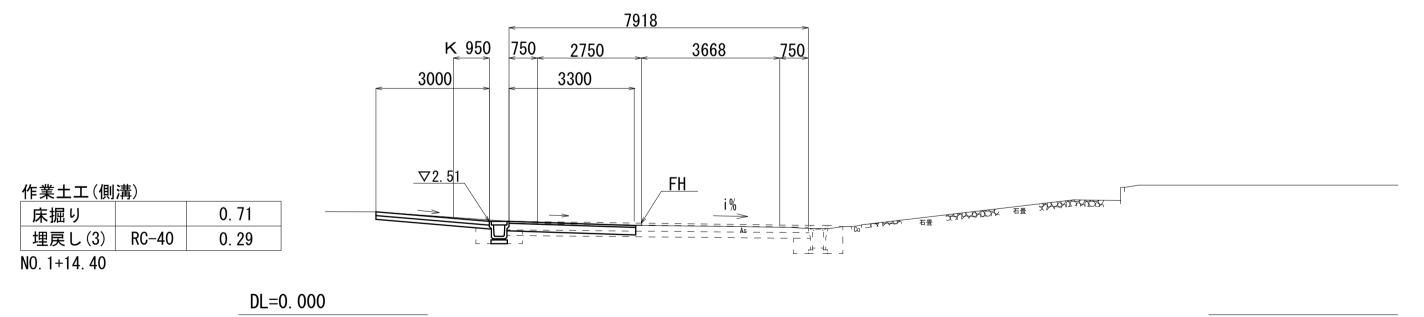



NO. 1+14. 40				
掘り削		1. 42		
不陸整正		2. 90		
表層(1)	t=50	3. 30		
下層路盤(1)	t=200	3. 30		
張りコンクリート(2)	t=100	3. 00		

この図面はA1サイズを原寸とする。						
工事名	号 :工事					
施工箇所名	名 津市河芸町上野地内					
図面の種類	横断面図(2)					
縮尺	1:100	図面番号	5/9			
事業所名	津市建設部建設整備課					

横断面図(3)

S=1:100

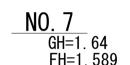


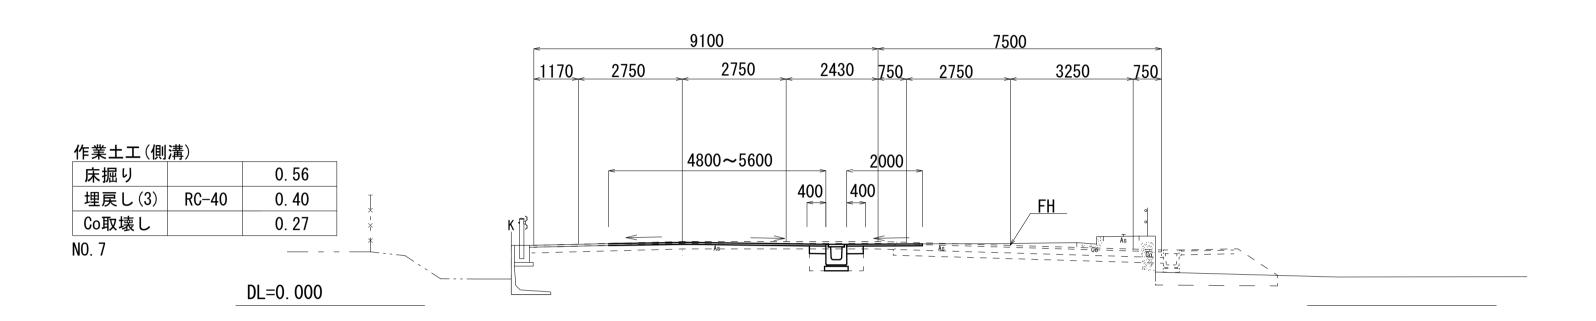

NΩ	

. /		
不陸整正		6. 80 ~ 7. 60
表層(1)	t=50	4.80~5.60
表層(3)	t=50	2. 00
下層路盤(1)	t=200	0. 80

NO. 2+8. 50
GH=1. 93
FH=1. 968

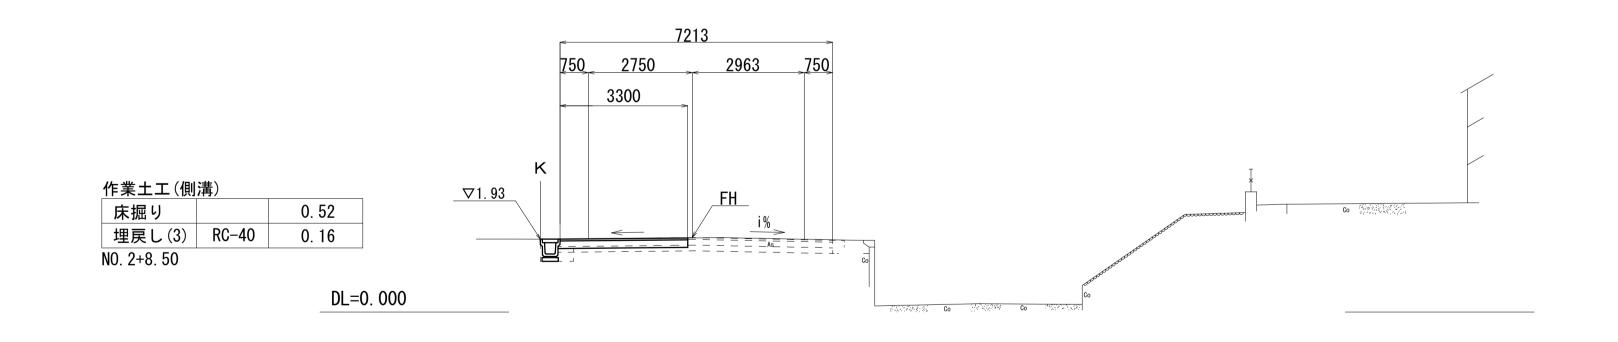

NO. 2+8. 50		
掘削		0. 74
不陸整正		2. 90
表層(1)	t=50	3. 30
下層路盤(1)	t=200	3. 30

工事名	令和5年度建整道新第1号 河芸町島崎町線道路改良工事				
施工箇所名	津市河芸町上野地内				
図面の種類	横断面図(3)				
縮尺	1:100	図面番号	6/9		


津市建設部建設整備課


この図面はA1サイズを原寸とする。

事業所名

擁壁工展開図

NO. 0+6. 60付近~NO. 1+7. 50

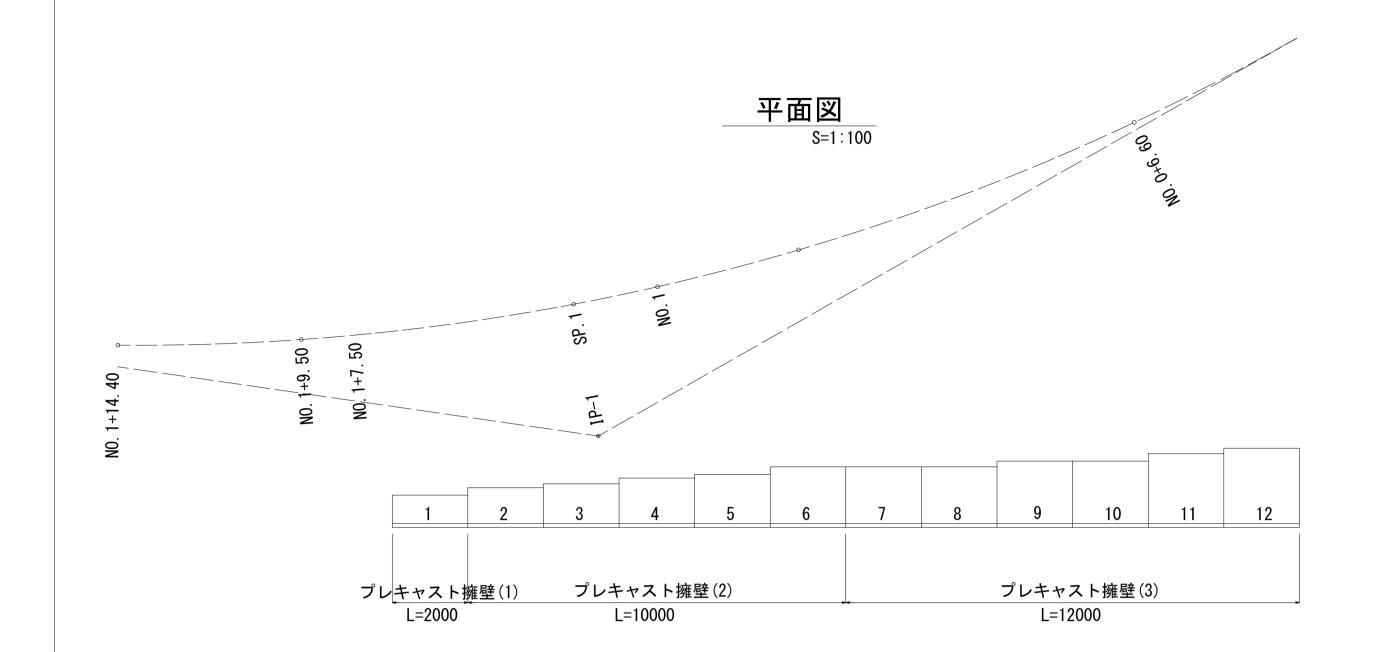

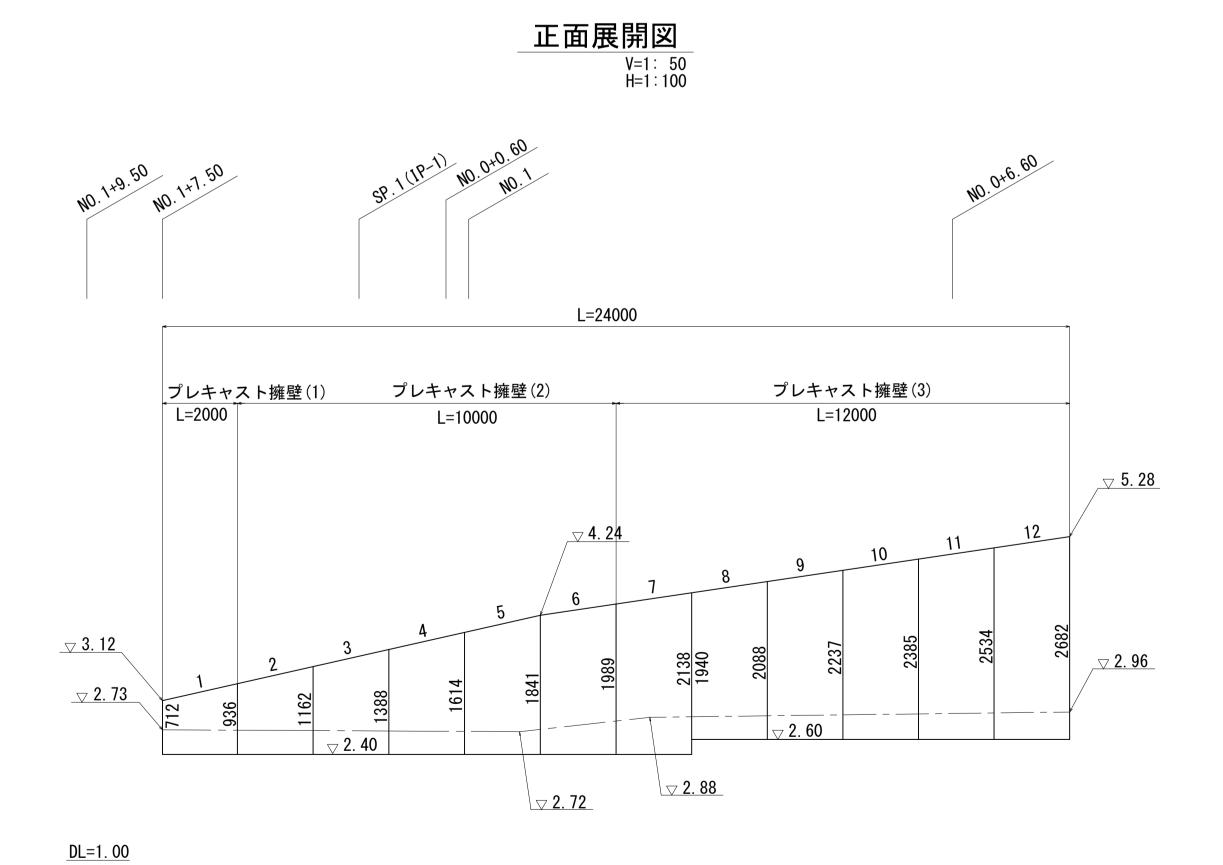

設計条件 試行くさび法 項 目 単位 設計値 背面形状 水 平 上載荷重 kN/m210.0 鉄筋コンクリート kN/m3 24. 5 単位体積重量 19.0 kN/m3土の内部摩擦角 30 滑動摩擦係数 0.6 外 水 位 なし


プレキャスト	-L型擁壁	製品	出数量表							一式当り
製品番号	サ H	イ ×	ズ L	規	格	数	量	使用型枠	必要地耐力 (KN/m2)	摘 要
1	712 936	×	2000	斜	角		1 本	H1000	46	
2	936 1162	×	2000	斜	角		1 本	H1300	58	
3	1162 1388	×	2000	斜	角		1 本	H1500	67	
4	1388 1614	×	2000	斜	角		1 本	H1700	74	
5	1614 1841	×	2000	斜	角		1 本	H1900	82	
6	1841 1989	×	2000	斜	角		1 本	H2100	87	
7	1989 2138	×	2000	斜	角		1 本	H2200	87	
8	1940 2088	×	2000	斜	角		1 本	H2200	93	
9	2088 2237 2237	×	2000	斜	角		1 本	H2300	93	
10	2385	×	2000	斜	角		1 本	H2500	106	
11	2385 2534 2534	×	2000	斜	角		1 本	H2600	106	
12	2682 2682	×	2000	斜	角		1 本	H2800	111	
					合計		12 本			

※製品割付は参考とする。

※施工時には、必要地耐力を確認すること。

擁壁工構造図

標準断面図 S=1:30

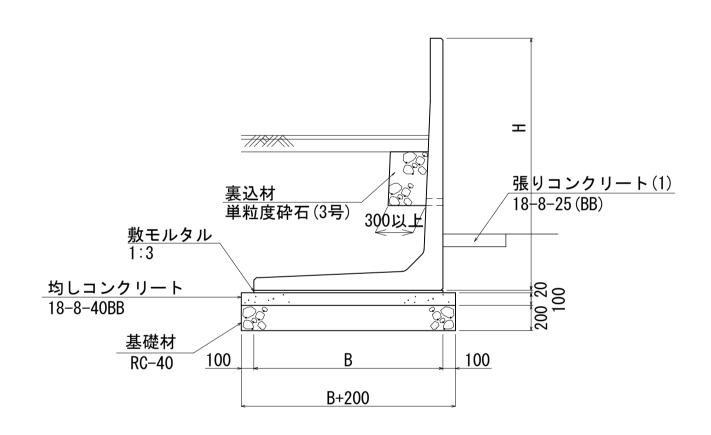


プレキャスト擁壁															10	Dm当
名称	規格	単 位-						数	量						備	考
11 171	况 佰	十 四	1	2	3	4	5	6	7	8	9	10	11	12	1/Ħ	75
プレキャストL型擁壁	車道用	本	5. 00	5. 00	5. 00	5. 00	5. 00	5. 00	5. 00	5. 00	5. 00	5. 00	5. 00	5. 00		
敷モルタル	1:3	m3	0. 17	0. 20	0. 23	0. 26	0. 28	0. 32	0. 32	0. 32	0. 35	0. 35	0. 38	0. 42		
均しコンクリート	18-8-40BB	m3	1. 05	1. 25	1. 35	1. 50	1. 60	1.80	1.80	1.80	1. 95	1. 95	2. 10	2. 29		
同 上 型 枠		m2	2. 00	2. 00	2. 00	2. 00	2. 00	2. 00	2. 00	2. 00	2. 00	2. 00	2. 00	2. 00		
基礎材	RC-40 t=200	m2	10. 50	12. 50	13. 50	15. 00	16. 00	18. 00	18. 00	18. 00	19. 50	19. 50	21. 00	22. 90		
基 面 整 正		m2	10. 50	12. 50	13. 50	15. 00	16. 00	18. 00	18. 00	18. 00	19. 50	19. 50	21. 00	22. 90		
В		mm	850	1050	1150	1300	1400	1600	1600	1600	1750	1750	1900	2090		

工事名	令和5年度建整道新第1号 河芸町島崎町線道路改良工事					
施工箇所名	津市河芸町上野地内					
図面の種類	擁壁工展開図・擁壁工構造図					
縮尺	図示	図面番号	7/9			
事業所名	津市建設部建設整備課					
•	•					


各種構造図

仮 囲 設 置



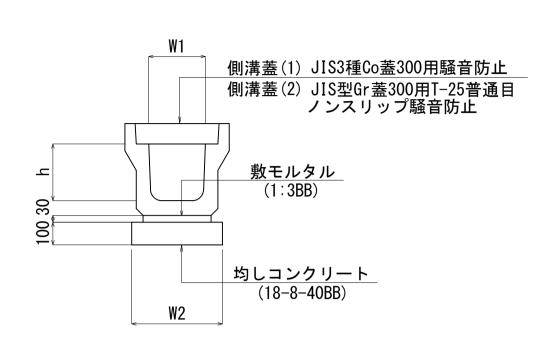

プ	レキャス	トU型側溝(Z	2
		C-1 · O	Λ

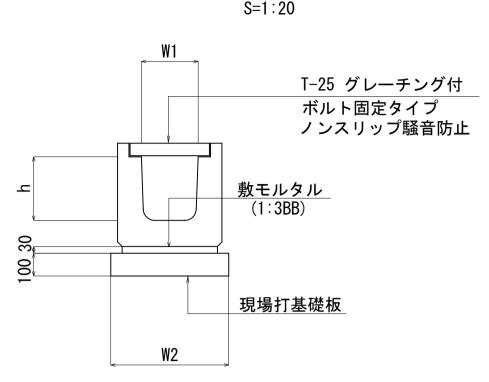

プレキャストU型側溝	(1)			10m当り
名称	規格	単 位	数量	備 考
プレキャストU型側溝	3種	名称 個	300A 5. 00	リサイクル 認定製品
敷モルタル	1:3BB	m3	0. 11	
均しコンクリート	18-8-40BB	m3	0. 46	
同上型枠		m2	2. 00	
基面整正		m2	4. 60	

※ グレーチング蓋については、10mに1枚布設すること。

※ 標準設計番号(12)


プレキャストU型側	10m当り				
名 称	規格	単 位	数量	備考	
プレキャストU型側溝	横断用	名称	G300A	リサイクル 認定製品	
フレイヤストの主関海	(関例)	個	10. 00	認定製品	
敷モルタル	1:3BB	m3	0. 10		
現場打基礎板		枚	5. 00		
基面整正		m2	5. 80		
h		mm	330		
W1		mm	300		
W2		mm	580		

現場打基礎板 S=1:20

300

300

460

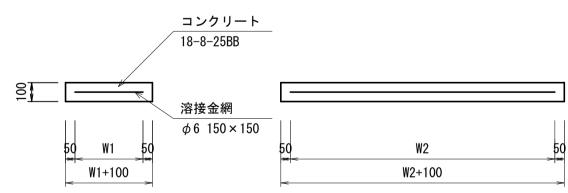


溶接金網	50	W2 W2+100	50


現場打基礎板				10枚当り
名称	規格	単 位	数量	備考
現場打基礎板		枚	10.00	
コンクリート	18-8-25BB	m3	1. 16	
同 上 型 枠		m2	3. 27	
路盤紙	クラフト紙	m2	11. 60	
溶接金網	ϕ 6 150 × 150	m2	9. 12	
W1		mm	480	
W2		mm	1900	
参考重量		kg	273	1枚当り重量


舗装工 (仮復旧) S=1∶10


車道部

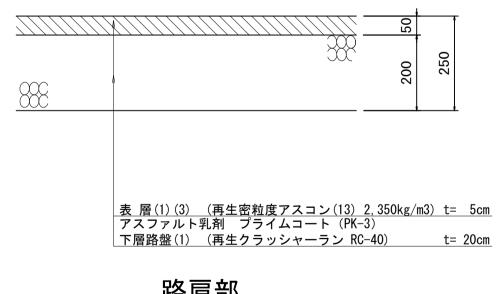

路肩部

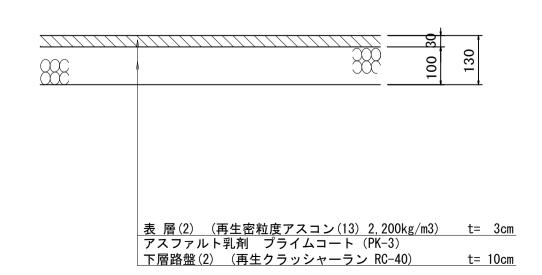


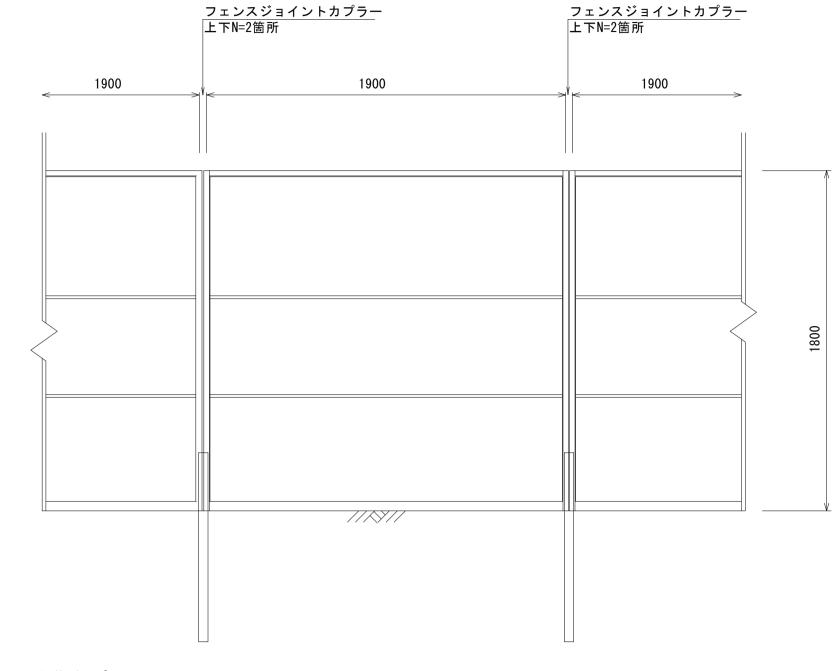

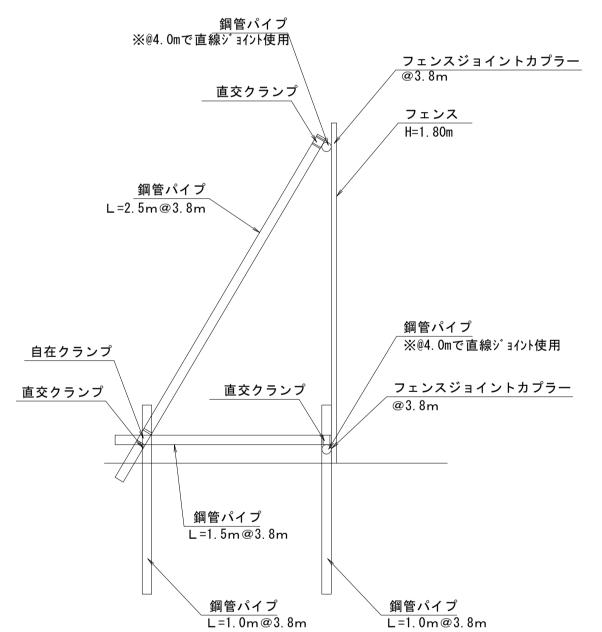


材料表	ŧ					1	9.0m当り
名 称	規	格	単 位	数	量	摘	要
フェンス	H=1.	8m	枚	10		参考重量	6.5kg/枚
鋼管パイプ	L=1.	Om	本	12		参考重量	2.7kg/本
鋼管パイプ	L=1.	5m	本	6		参考重量	4. 1kg/本
鋼管パイプ	L=2.	5m	本	6		参考重量	6.8kg/本
鋼管パイプ	L=4.	Om	本	10		参考重量	10.9kg/本
フェンスジョイ ントカプラー			個	12		参考重量	0.4kg/個
直線ジョイント			個	6		参考重量	0.5kg/個
直交クランプ			個	18		参考重量	0.7kg/個
自在クランプ			個	6		参考重量	0.7kg/個
※材料について	は、支給品とす	る。				合計重量	0. 3t

張りコンクリート(1)

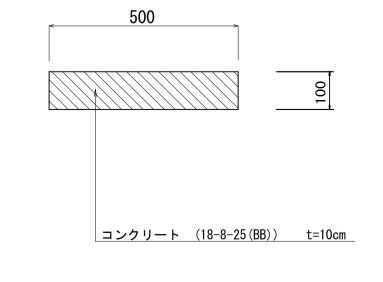

張りコンクリート(2)

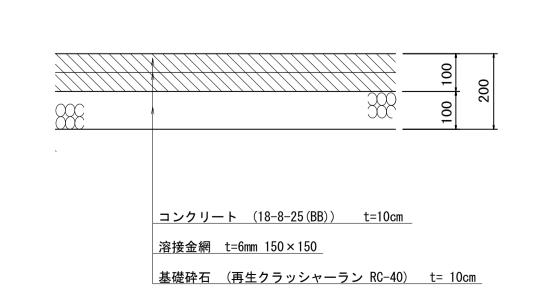

この図面はA1サイズを原寸とする。					
工事名	令和5年度建整道新第1号 河芸町島崎町線道路改良工事				
施工箇所名	津市河芸町上野地内				
図面の種類	各種構造図				
縮尺	図示	図面番号	8/9		
事業所名	津市建設部建設整備課				

構造物撤去 • 仮設工平面図 ~~~~~~ コンクリート版撤去復旧 N=20枚 コンテナ移設 コンテナ移設 N=1箇所 N=1箇所 コンクリート構造物取壊し(2) (既設張りコンクリート) 車止め移設 N=1箇所 車止め移設 舗装版切断 L=95.9m 舗装版破砕 A=205.2㎡ コンクリート構造物取壊し(1)(既設U型側溝)L=28.5m 仮囲設置(支給品) L=30.4m この図面はA1サイズを原寸とする。 令和5年度建整道新第1号 河芸町島崎町線道路改良工事 施工箇所名 津市河芸町上野地内 構造物撤去・仮設工平面図 図面の種類 図面番号 9/9 事業所名 津市建設部建設整備課