

## 解体工事特記仕様書

I. 工事名 津市市営高洲住宅（14-13）解体工事

II. 工事概要  
1 工事場所 津市高洲町地内

2 工事内容 棟名称 津市市営高洲住宅（14-13）

構造 ブレキヤストコンクリートパネル造

延べ面積 167.33m<sup>2</sup>

解体面積 80.23m<sup>2</sup>

工事項目 建物解体、外構その他解体、設備撤去、構内整備

### III. 解体工事仕様

#### 1 共通仕様

前面及び特記仕様書に記載されていない事項は、建築物解体工事共通仕様書（国土交通省大臣官房官庁常総部監修、令和4年版）による。

#### 2 特記仕様

- 1) 項目は、番号に○印の付いたものを適用する。
- 2) 特記事項は、○の付いたものを適用する。
- 3) 項目欄に記載の（ ）内表示番号は建設物解体工事共通仕様書の該当項目等を示す。

章	項目	特記事項																		
一般共通事項	① 適用基準	<p>本特記事項に個別に記載の適用基準に加え、以下の基準等を適用する。</p> <p>○国土交通省大臣官房官庁常総部監修「公共建築工事標準仕様書」（令和4年版）            ○国土交通省大臣官房官庁常総部監修「公共建築改修工事標準仕様書」（令和4年版）            ○国土交通省大臣官房官庁常総部監修「建築物解体工事共通仕様書・同解説」（最新版）            ○国土交通省大臣官房官庁常総部監修「建築工事標準詳細図」（令和4年版）            ○建設工事に係る資材の再資源化等に関する法律            ○その他関係法令</p>																		
	② 発生材の処理等 (1.3.10) (4.4.1) (5.4.1)	<p>① 本工事は、特定建設資材を用いた建築物等に係る解体工事等であって、その規模が、建設リサイクル法施行令で定める建設工事の規模に関する基準以上の工事であるため、建設リサイクル法に基づき分別解体等及び特定建設資材の再資源化等の実施について適正な措置を講ずることとする。</p> <p>工事契約後に明らかになったやむをえない事情により、予定した条件により難い場合は、監督員と協商するものとする。</p> <p>② 分別解体等の方法</p> <table border="1" style="width: 100%; border-collapse: collapse;"> <thead> <tr> <th>工程</th> <th>作業の有無</th> <th>分別解体等の方法</th> </tr> </thead> <tbody> <tr> <td>建築設備・内装材等</td> <td>○ 有 ● 無</td> <td>・手作業 ○手作業、機械作業の併用</td> </tr> <tr> <td>屋根ふき材</td> <td>○ 有 ● 無</td> <td>・手作業 ○手作業、機械作業の併用</td> </tr> <tr> <td>外装材・上部構造部分</td> <td>○ 有 ● 無</td> <td>・手作業 ○手作業、機械作業の併用</td> </tr> <tr> <td>基礎・基礎ぐい</td> <td>○ 有 ● 無</td> <td>・手作業 ○手作業、機械作業の併用</td> </tr> <tr> <td>その他 ( )</td> <td>○ 有 ● 無</td> <td>・手作業 ○手作業、機械作業の併用</td> </tr> </tbody> </table> <p>引き渡しを要するもの ○ 無 ● 金属類 PCB含有物 ( )            特別管理産業廃棄物 ● 有 ( )            处理方法 ( )            木材の縮減 ● 実施する            (最も近い再資源化施設までの距離が50kmを超える場合に限る)            再資源化し現場で利用する建設廃棄物 ( )            再資源化を図るもの           <ul style="list-style-type: none"> <li>・コンクリート塊</li> <li>・アスファルトコンクリート塊</li> <li>・建設発生木材</li> <li>○ 金属類               <ul style="list-style-type: none"> <li>・資源有効利用促進法に基づく指定再資源化製品</li> <li>・資源有効利用促進法に基づく指定再利用促進製品</li> <li>・廃棄物処理法に基づく水銀使用製品産業廃棄物</li> <li>・硬質ポリ塩化ビニル管及び継手</li> <li>・ガラス</li> </ul> </li> </ul> </p>	工程	作業の有無	分別解体等の方法	建築設備・内装材等	○ 有 ● 無	・手作業 ○手作業、機械作業の併用	屋根ふき材	○ 有 ● 無	・手作業 ○手作業、機械作業の併用	外装材・上部構造部分	○ 有 ● 無	・手作業 ○手作業、機械作業の併用	基礎・基礎ぐい	○ 有 ● 無	・手作業 ○手作業、機械作業の併用	その他 ( )	○ 有 ● 無	・手作業 ○手作業、機械作業の併用
工程	作業の有無	分別解体等の方法																		
建築設備・内装材等	○ 有 ● 無	・手作業 ○手作業、機械作業の併用																		
屋根ふき材	○ 有 ● 無	・手作業 ○手作業、機械作業の併用																		
外装材・上部構造部分	○ 有 ● 無	・手作業 ○手作業、機械作業の併用																		
基礎・基礎ぐい	○ 有 ● 無	・手作業 ○手作業、機械作業の併用																		
その他 ( )	○ 有 ● 無	・手作業 ○手作業、機械作業の併用																		

③ 建設副産物情報交換システムの利用	⑯ 提出書類
④ 三重県産業廃棄物税	⑰ 産業廃棄物
⑤ 電気保安技術者 (1.3.3)	⑱ 不正軽油の使用の禁止
⑥ 技能士 (1.6.2)	⑲ 地下残存物の確認
⑦ 疑義	㉑ その他
⑧ 施工条件 (1.3.5)	
⑨ 官公庁手續	
⑩ 騒音・振動の防止	
⑪ 危険災害の防止	
⑫ 工事進入路	
⑬ 工事写真	
⑭ 完成写真	
⑮ 事故の発生時	

津市市営高洲住宅（14-13）解体工事		縮尺 NS
図面名称	解体工事特記仕様書（1）	原図：A2
津市建設部市営住宅課		No. 1/21

章	項目	特記事項																																																						
2 仮 設 工 事	① 仮設トイレ	構内既存の施設 <input checked="" type="radio"/> 利用できる <input type="radio"/> 利用できない																																																						
	② 仮廻い	位置 <input checked="" type="radio"/> 図示 (図面番号: 4/21) <input type="radio"/> その他 ( ) 仕様 <input checked="" type="radio"/> 図示 (図面番号: 4/21) ・ 成形鋼板H=3000 <input type="radio"/> 成形鋼板H=2000 <input type="radio"/> その他 ( )																																																						
	3 監督員事務所 (2.3.1)	・ 設置する。 監督員事務所の規模 (単位: m <sup>2</sup> ) <table border="1"><tr><td>適用</td><td></td><td></td><td></td><td></td></tr><tr><td>規模</td><td>10程度</td><td>20程度</td><td>35程度</td><td>65程度</td><td>100程度</td></tr></table> 監督職員事務所の仕上げ <table border="1"><tr><td>部位等</td><td>仕上げ</td></tr><tr><td>床</td><td>合板張り又はビニール床シート張り</td></tr><tr><td>内壁・天井</td><td>合板張り又はせっこうボード張り、合成樹脂エマルション塗り</td></tr><tr><td>屋根</td><td>溶融亜鉛めっき鋼板又は鉄板張り、調合ペイント塗り</td></tr></table> 備品等の設置 <table border="1"><tr><td>種類</td><td>机・いす</td><td>書棚</td><td>黒板・白板</td><td>掛時計</td><td>温度計</td></tr><tr><td>数量</td><td>組</td><td>台</td><td>個</td><td>個</td><td>個</td></tr><tr><td>種類</td><td>長靴</td><td>雨合羽</td><td>保護帽</td><td>懐中電灯</td><td>衣類ロッカー</td></tr><tr><td>数量</td><td>足</td><td>着</td><td>個</td><td>個</td><td>台</td></tr><tr><td>種類</td><td>消火器</td><td>掃除具</td><td>受注者加入電話・FAX</td><td>インターネット</td><td>冷暖房機器</td></tr><tr><td>数量</td><td>個</td><td>個</td><td>台</td><td>台</td><td>台</td></tr></table>	適用					規模	10程度	20程度	35程度	65程度	100程度	部位等	仕上げ	床	合板張り又はビニール床シート張り	内壁・天井	合板張り又はせっこうボード張り、合成樹脂エマルション塗り	屋根	溶融亜鉛めっき鋼板又は鉄板張り、調合ペイント塗り	種類	机・いす	書棚	黒板・白板	掛時計	温度計	数量	組	台	個	個	個	種類	長靴	雨合羽	保護帽	懐中電灯	衣類ロッカー	数量	足	着	個	個	台	種類	消火器	掃除具	受注者加入電話・FAX	インターネット	冷暖房機器	数量	個	個	台	台
適用																																																								
規模	10程度	20程度	35程度	65程度	100程度																																																			
部位等	仕上げ																																																							
床	合板張り又はビニール床シート張り																																																							
内壁・天井	合板張り又はせっこうボード張り、合成樹脂エマルション塗り																																																							
屋根	溶融亜鉛めっき鋼板又は鉄板張り、調合ペイント塗り																																																							
種類	机・いす	書棚	黒板・白板	掛時計	温度計																																																			
数量	組	台	個	個	個																																																			
種類	長靴	雨合羽	保護帽	懐中電灯	衣類ロッカー																																																			
数量	足	着	個	個	台																																																			
種類	消火器	掃除具	受注者加入電話・FAX	インターネット	冷暖房機器																																																			
数量	個	個	台	台	台																																																			
④ 工事用水	構内既存の施設 ・ 利用できる (・ 有償 ・ 無償) <input checked="" type="radio"/> 利用できない 取出位置 <input type="radio"/> 図示 (図面番号: )																																																							
⑤ 工事用電力	構内既存の施設 ・ 利用できる (・ 有償 ・ 無償) <input checked="" type="radio"/> 利用できない 本工事で新規受電または既設電気回路に接続し、通電した時から、工事に起因する電力料金は、本工事に含まれる。																																																							
⑥ 駆音・粉じん等の対策 (2.2.1)	○ 設ける <input type="radio"/> 防音パネル <input checked="" type="radio"/> 防音シート <input type="radio"/> 養生シート 適用範囲、高さ等 <input type="radio"/> 図示 (図面番号: ) ・ 設けない																																																							
7 仮設鉄板敷	・ 工事用進入路の養生として、鉄板(t=22)を敷き、養生を行うこと。 ・ 砂充填 <input type="radio"/> ( )																																																							
8 山留めの撤去 (2.4.3)	鋼矢板等の抜き後の処理 位置 <input type="radio"/> 図示 (図面番号: )																																																							
9 散水養生	解体作業時には粉塵等の飛散を防ぐため、散水養生を行うこと。																																																							
10 足場	設置する足場については、「手すり先行工法等に関するガイドライン（厚生労働省平成21年4月）」により、「動きやすい安心感のある足場に関する基準」に適合する手すり、中さん及び幅木の機能を有する足場とし、足場の組み立て、解体又は変更の作業は、「手すり先行工法による足場の組立て等に関する基準」の2の(2)手すり据置き方式又は(3)手すり先行専用足場方式により行うこと。																																																							
3 解体施工	1 净化槽、排水槽等 (3.2.1) 汚水、汚物の回収、洗浄、消毒等 ・ 行う <input type="radio"/> 行わない																																																							
2 オイルタンク、サービスタンク配管内等(3.2.1)	廃油の回収、洗浄等 ・ 行う <input type="radio"/> 行わない																																																							
③ 板の撤去(3.9.2)	板の撤去 ・ 行う <input checked="" type="radio"/> 行わない 解体方法 ・ 引抜き工法 (・ 振動 <input type="radio"/> ケーシング <input type="radio"/> ( )) ・ 破碎 ・ 図示 (図面番号: )																																																							

建設廃棄物の処理	④ さく、照明設備等 (3.10.1)	引き抜いた杭の処理 ・ 国示 (国面番号: ) さく、照明設備等の付属物の解体 ○ 国示 (国面番号: 4/21)
	⑤ 樹木等 (3.11.1)	樹木の伐採抜根及び移植 ○ 行う 国示 (国面番号: 4/21) ・ 行わない
	⑥ 地下埋設物及び埋設配管 (3.12.1)	地下埋設物及び埋設配管の解体 ○ 行う 国示 (国面番号: 4/21) ・ 行わない
	⑦ 解体撤去後の整地 (3.13.1)	・ 砕石(0-40)にて周辺地盤面まで埋め戻すこと。 ・ 再生クラッシャラン(RC-40)にて周辺地盤面まで埋め戻すこと。 ・ 山砂にて周辺地盤面まで埋め戻すこと。 ○ 敷地内の発生土により、平滑に均すこと。
	4 建設廃棄物 広域認定制度(4.4.2)	特例による広域的処理 ・ 国示 (国面番号: )
	② 最終処分 (4.4.3)	最終処分する廃棄物 ○ 燃え殻 (混合廃棄物) 最終処分場 ○ 自由処分
	3 処理に注意を 要する建設廃棄物 (4.5.1)	建設廃棄物の種類 ・ CCA処理木材 ・ (1)アスベスト含有石膏ボード ・ (2)ひ素、カドミウム含有石膏ボード ・ (1)(2)以外の石膏ボード ・ 埋立処分 <input type="radio"/> 再資源化
特別管理産業廃棄物の処理	4 水銀使用製品産 業廃棄物	・ 蛍光ランプ <input type="radio"/> HIDランプ <input type="radio"/> ( ) 「水銀廃棄物ガイドライン」(第2版) (平成31年3月 環境省環境再生・資源循環局廃棄物規制課)に基づき適切に処理すること。
	5 水銀含有ばいじ ん等	・ 燃え殻 <input type="radio"/> 鉛さい <input type="radio"/> ばいじん <input type="radio"/> 汚泥 ・ 废酸 <input type="radio"/> 废アルカリ 「水銀廃棄物ガイドライン」(第2版) (平成31年3月 環境省環境再生・資源循環局廃棄物規制課)に基づき適切に処理すること。
	1 施工計画調査 (5.1.2)	・ 特別管理産業廃棄物の分析調査 調査範囲 国示 (国面番号: )
	2 PCBを含む機器類 (5.4.1)	・ 微量PCB、PCB含有シーリング材の分析調査 調査範囲 国示 (国面番号: )
	3 廉油、廃酸、 廃アルカリの処理 の有無 (5.4.1)	・ 廉油 <input type="radio"/> 適用箇所 国示 (国面番号: ) ・ 廉酸 <input type="radio"/> 適用箇所 国示 (国面番号: ) ・ 廉アルカリ <input type="radio"/> 適用箇所 国示 (国面番号: )
	4 ダイオキシン類 (5.4.1)	・ サンプリング調査 <input type="radio"/> 調査範囲 国示 (国面番号: ) 解体方法及び処分方法 ・ ( ) ・ 国示 (国面番号: )
	5 水銀を含む特別 管理産業廃棄物	・ 鉛さい <input type="radio"/> ばいじん <input type="radio"/> 汚泥 <input type="radio"/> 廉酸 <input type="radio"/> 廉アルカリ 「水銀廃棄物ガイドライン」(第2版) (平成31年3月 環境省環境再生・資源循環局廃棄物規制課)に基づき適切に処理すること。
6 除石 石綿及び 有 処理材 の	6 廉水銀等	・ 廉水銀 (特定施設において生じたもの) <input type="radio"/> 廉水銀化合物 ・ 廉水銀 (水銀使用製品が産業廃棄物となったもの等から回収したもの) 「水銀廃棄物ガイドライン」(第2版) (平成31年3月 環境省環境再生・資源循環局廃棄物規制課)に基づき適切に処理すること。
	① 施工調査 (1.4.1)	石綿含有建材の事前調査 工事着手に先立ち、石綿含有建材の使用について、目視、設計図書及び貸与資料等により書面調査及び現地調査し、監督職員に報告すること。 調査範囲 (○ 設計図書すべて <input type="radio"/> 国示) 貸与資料 (○ 石綿有無の調査報告書 <input type="radio"/> ) ・ 分析による石綿含有建材の調査 分析対象 アセチルアミド、アソフィライト、クリソアライド、クロドアライド、トレモライト

材 料 名	・ JIS A 1481-1 定性分析		・ JIS A 1481-3 定量分析	
	・ JIS A 1481-2	・ JIS A 1481-4	・ JIS A 1481-2	・ JIS A 1481-4
採取箇所 ・ 国示 (国面番号: ) サンプル数 1箇所あたり3サンプル				
2 石綿粉じん濃度 測定	(6.1.3)	通用	測定名稱	測定期
		・ 测定1	処理作業室内	測定箇所数
		・ 测定2	調査対象外部の付近	計点
		・ 测定3	処理作業室内	計点
		・ 测定4	負圧・除じん装置の排出吹出し口	出口吹出し風速1m/s以下の位置
		・ 测定5	處理作業室外 (敷地境界)	計点
		・ 测定6	處理作業室内	計点
		・ 测定7	處理作業後 (シート撤去後1週間以降)	調査対象室外部の付近
		・ 测定8	處理作業室外 (敷地境界)	計点
測定方法				
		測定3	測定 1, 2, 4, 6, 7, 8	測定 5
		メンブレンフィルタ直径 (mm)	25	25
		試料の吸引流量 (L/min)	・ 1 ( )	・ 5 ( )
		試料の吸引時間 (min)	・ 5 ( )	・ 120 ( )
			・ 240 ( )	
除去対象範囲 ・ 国示 (国面番号: )				
3 石綿含有吹付け材 の除去・処分	(6.3.2)	除去工法	・ 共通仕様書 [6.3.2]	・ 国示 (国面番号: )
	(6.3.3)	除去した石綿含有吹付け材等の飛散防止措置	・ 固形化 <input type="radio"/> 湿潤化	
		除去した石綿含有吹付け材等の処分	・ 埋立処分 (管理型最終処分場)	・ 中間処理 (溶融又は無害化処理)
4 石綿含有保温材等	(6.4.1)	除去対象範囲	・ 国示 (国面番号: )	
	(6.4.3)	除去した石綿含有保温材等の処分	・ 埋立処分 (管理型最終処分場)	・ 中間処理 (溶融又は無害化処理)
5 石綿含有成形板	(6.5.1)	除去対象範囲	・ 国示 (国面番号: 3/21)	
	(6.5.3)	処分方法 (石綿含有せっこうボードを除く)	・ 埋立処分 (安定型最終処分場) または中間処理 (溶融又は無害化処理)	
6 石綿含有仕上塗材	(6.6.1)	除去対象範囲	・ 国示 (国面番号: )	
	(6.6.4)	除去工法	・ 国示 (国面番号: )	
		除去した石綿含有仕上塗材等の処分	・ 埋立処分 (管理型最終処分場)	・ 中間処理 (溶融又は無害化処理)
※「石綿含有仕上塗材の除去等作業における石綿飛散防止対策について」(平成29年5月30日付け 環水大大発第1705301号)及び「建築物の改修・解体時における石綿含有建築用仕上塗材からの石綿粉じん飛散防止処理技術指針」(平成28年4月28日 国立研究開発法人建築研究所)に基づき適切に処理すること。				
津市市営高洲住宅 (14-13) 解体工事				
図面名称	解体工事特記仕様書 (2)			
	原図: A 2			
	津市建設部市営住宅課			
	No. 2/21			

■ 外部仕上表

	仕上げ	状態
基礎巾木	コンクリート打放し仕上げ	焼損
外壁	アクリル系リシン吹付 コンクリート下地	焼損
軒裏	石綿大平板 AEP塗	焼損
パルニー	保護モルタル目地 伸縮目地	焼損
パルニー手摺	アルミ製手摺 H=1,100	焼損
堅樋	塩化ビニル製 55φ 接込み金物共	焼損
建具	アルミ製	焼損
ホーチ	磁器質タイル100角張	焼損
テラス	モルタル金コテ仕上げ	焼損
大屋根	鉄骨小屋組 木製下地 特殊彩色石綿板(コロニアル同等品)	焼失
物置屋根	物置:ルーフテッキt0.8	焼損
洗濯場	モルタル金コテ仕上げ	焼損




付近見取図 S=1/200


■ 内部仕上表

	床			巾木		腰壁・壁				天井			備考					
	【仕上げ】	状態	【下地】	状態	【仕上げ】	状態	【仕上げ(腰壁)】	状態	【仕上げ(壁)】	状態	【下地】	状態	【仕上げ】	状態	【下地】	状態		
1階	玄関	磁器質タイル100角	焼損	コンクリート	-	小口掛タイル	焼損	化粧フリント合板t4	焼失	化粧フリント合板t4	焼失	木製	焼失	インシュレーションボードt12	焼失	木製	焼失	
	ホール	モザイクハーフレットフロアt12	焼損	木製	-	木製 H=60	焼失	化粧フリント合板t4	焼失	化粧フリント合板t4	焼失	木製	焼失	インシュレーションボードt12	焼失	木製	焼失	
	脱衣	クロス貼	焼損	コンクリート	-	木製 H=60	焼失	ビニルクロス貼 ペニヤt5.5下地	焼失	ビニルクロス貼 ペニヤt5.5下地	焼失	木製	焼失	パスリフ	焼損	木製	焼失	洗面台<焼失>
	便所	クロス貼	焼損	コンクリート	-	木製 H=60	焼失	ビニルクロス貼 ペニヤt5.5下地	焼失	ビニルクロス貼 ペニヤt5.5下地	焼失	木製	焼失	化粧石膏ボード張t9	焼失	木製	焼失	大便器<焼損>
	浴室	モザイクタイル施釉 モルタル下地	焼損	コンクリート	-	施釉100角タイル	焼損	施釉100角タイル	焼損	施釉100角タイル	焼損	コンクリート	-	パスリフ	焼損	木製	焼失	風呂釜<焼失>
	和室	スタイル畳t54	焼失	木製	焼損	畳寄せ	焼失	ビニルクロス貼 ペニヤt5.5下地	焼失	ビニルクロス貼 ペニヤt5.5下地	焼失	木製	焼失	杉柾天敷目張	焼失	木製	焼失	
	作業室	モザイクハーフレットフロアt12	焼損	木製	-	木製 H=80	焼失	ビニルクロス貼 ペニヤt5.5下地	焼失	ビニルクロス貼 ペニヤt5.5下地	焼失	木製	焼失	シフォントt9	焼失	木製	焼失	
	押入	ペニヤt5.5	焼失	木製	焼失	雑巾摺	焼失	ペニヤt4	焼失	ペニヤt4	焼失	木製	焼失	ペニヤt4	焼失	木製	焼失	
	台所	クロス貼 コンバネt12下地	焼損	木製	-	木製 H=80	焼失	ビニルクロス貼 石膏ボードt9下地	焼失	ビニルクロス貼 石膏ボードt9下地	焼失	木製	焼失	シフォントt9	焼損	木製	焼損	流し台W1800+ガス台W700 +吊戸棚W1800<焼損>
	物置	モルタル金コテ仕上	-	コンクリート	-	PC板素地	-	PC板素地	-	PC板素地	-	-	-	折版素地	-	-	-	
2階	階段	集成材	焼失	木製	焼失	集成材	焼失	化粧フリント合板t4	焼失	化粧フリント合板t4	焼失	木製	焼失	インシュレーションボードt12	焼失	木製	焼失	
	階段ホール	モザイクハーフレットフロアt12	焼失	木製	焼失	木製 H=60	焼失	化粧フリント合板t4	焼失	化粧フリント合板t4	焼失	木製	焼失	インシュレーションボードt12	焼失	木製	焼失	
	北和室	スタイル畳t54	焼失	木製	焼損	畳寄せ	焼失	ビニルクロス貼 ペニヤt5.5下地	焼失	ビニルクロス貼 ペニヤt5.5下地	焼失	木製	焼失	杉柾天敷目張	焼失	木製	焼失	
	南和室	スタイル畳t54	焼失	木製	焼損	畳寄せ	焼失	ビニルクロス貼 ペニヤt5.5下地	焼失	ビニルクロス貼 ペニヤt5.5下地	焼失	木製	焼失	杉柾天敷目張	焼失	木製	焼失	
	押入	ペニヤt5.5	焼失	木製	焼損	雑巾摺	焼失	ビニルクロス貼 ペニヤt5.5下地	焼失	ビニルクロス貼 ペニヤt5.5下地	焼失	木製	焼失	ビニルクロス貼 ペニヤt5.5下地	焼失	木製	焼失	

津市市営高洲住宅(14-13)解体工事		縮尺 1/200
図面名称	付近見取図・仕上表	原図:A2
津市建設部市営住宅課		No. 3/21

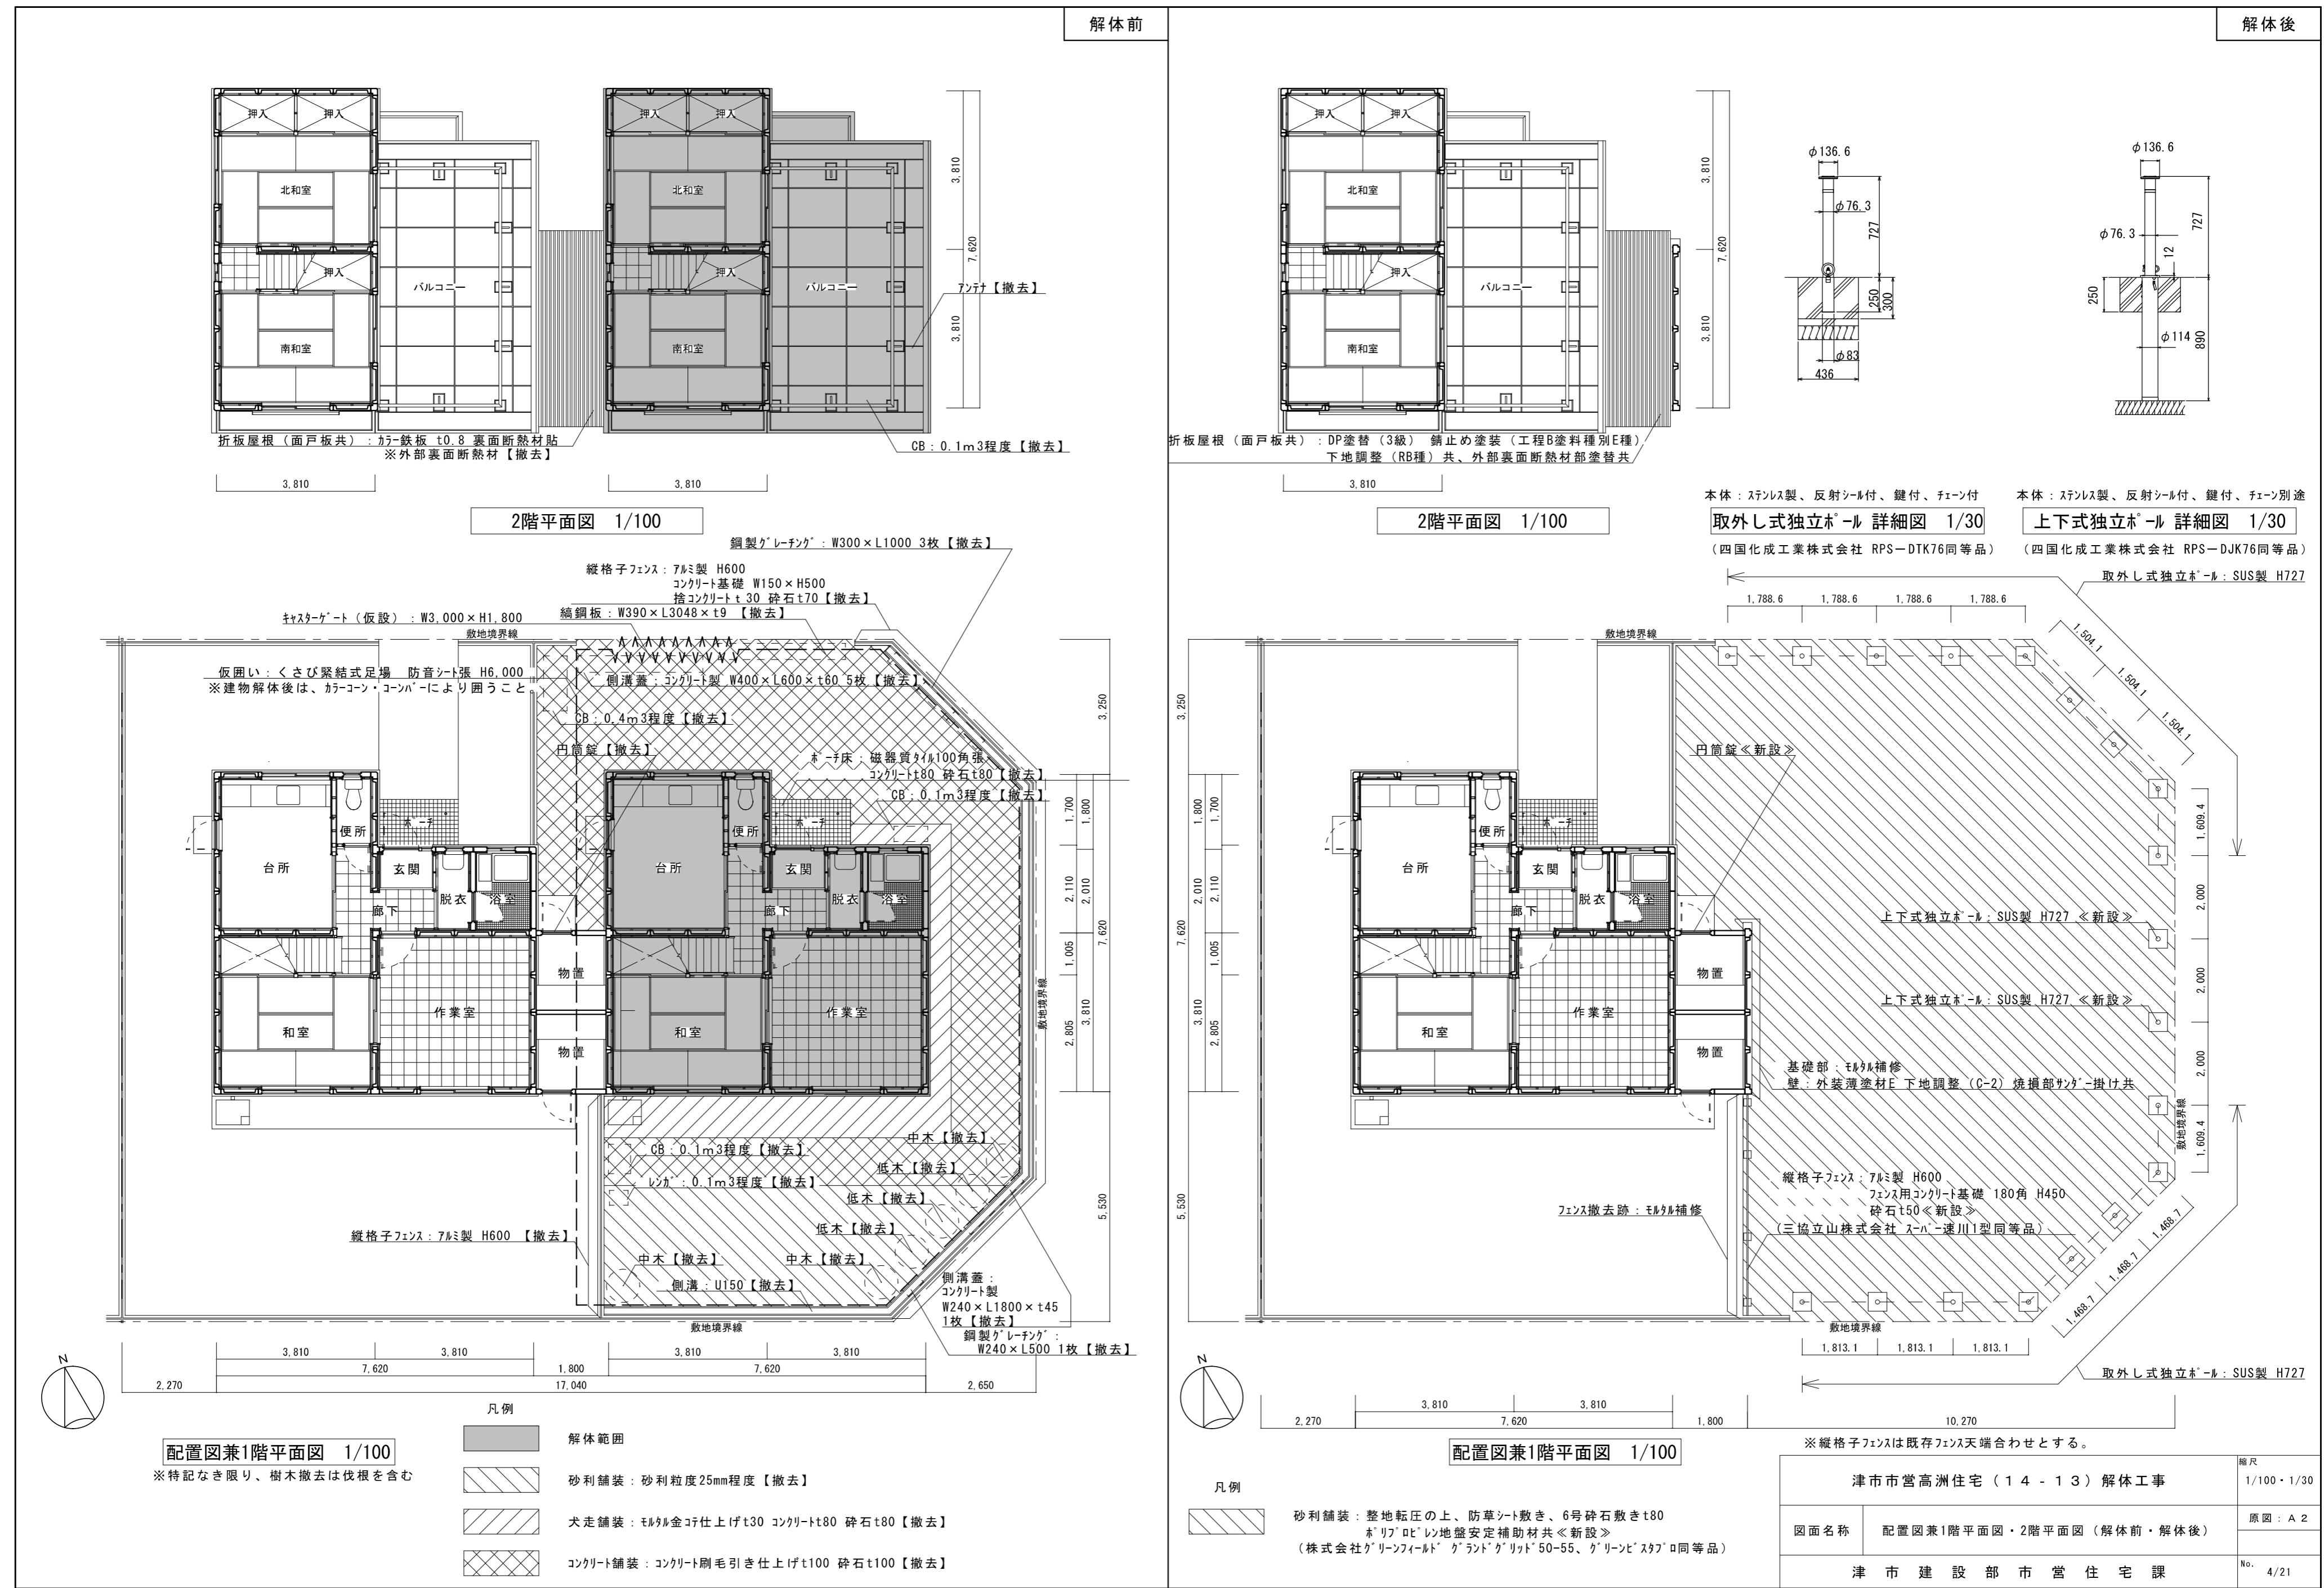



参考図

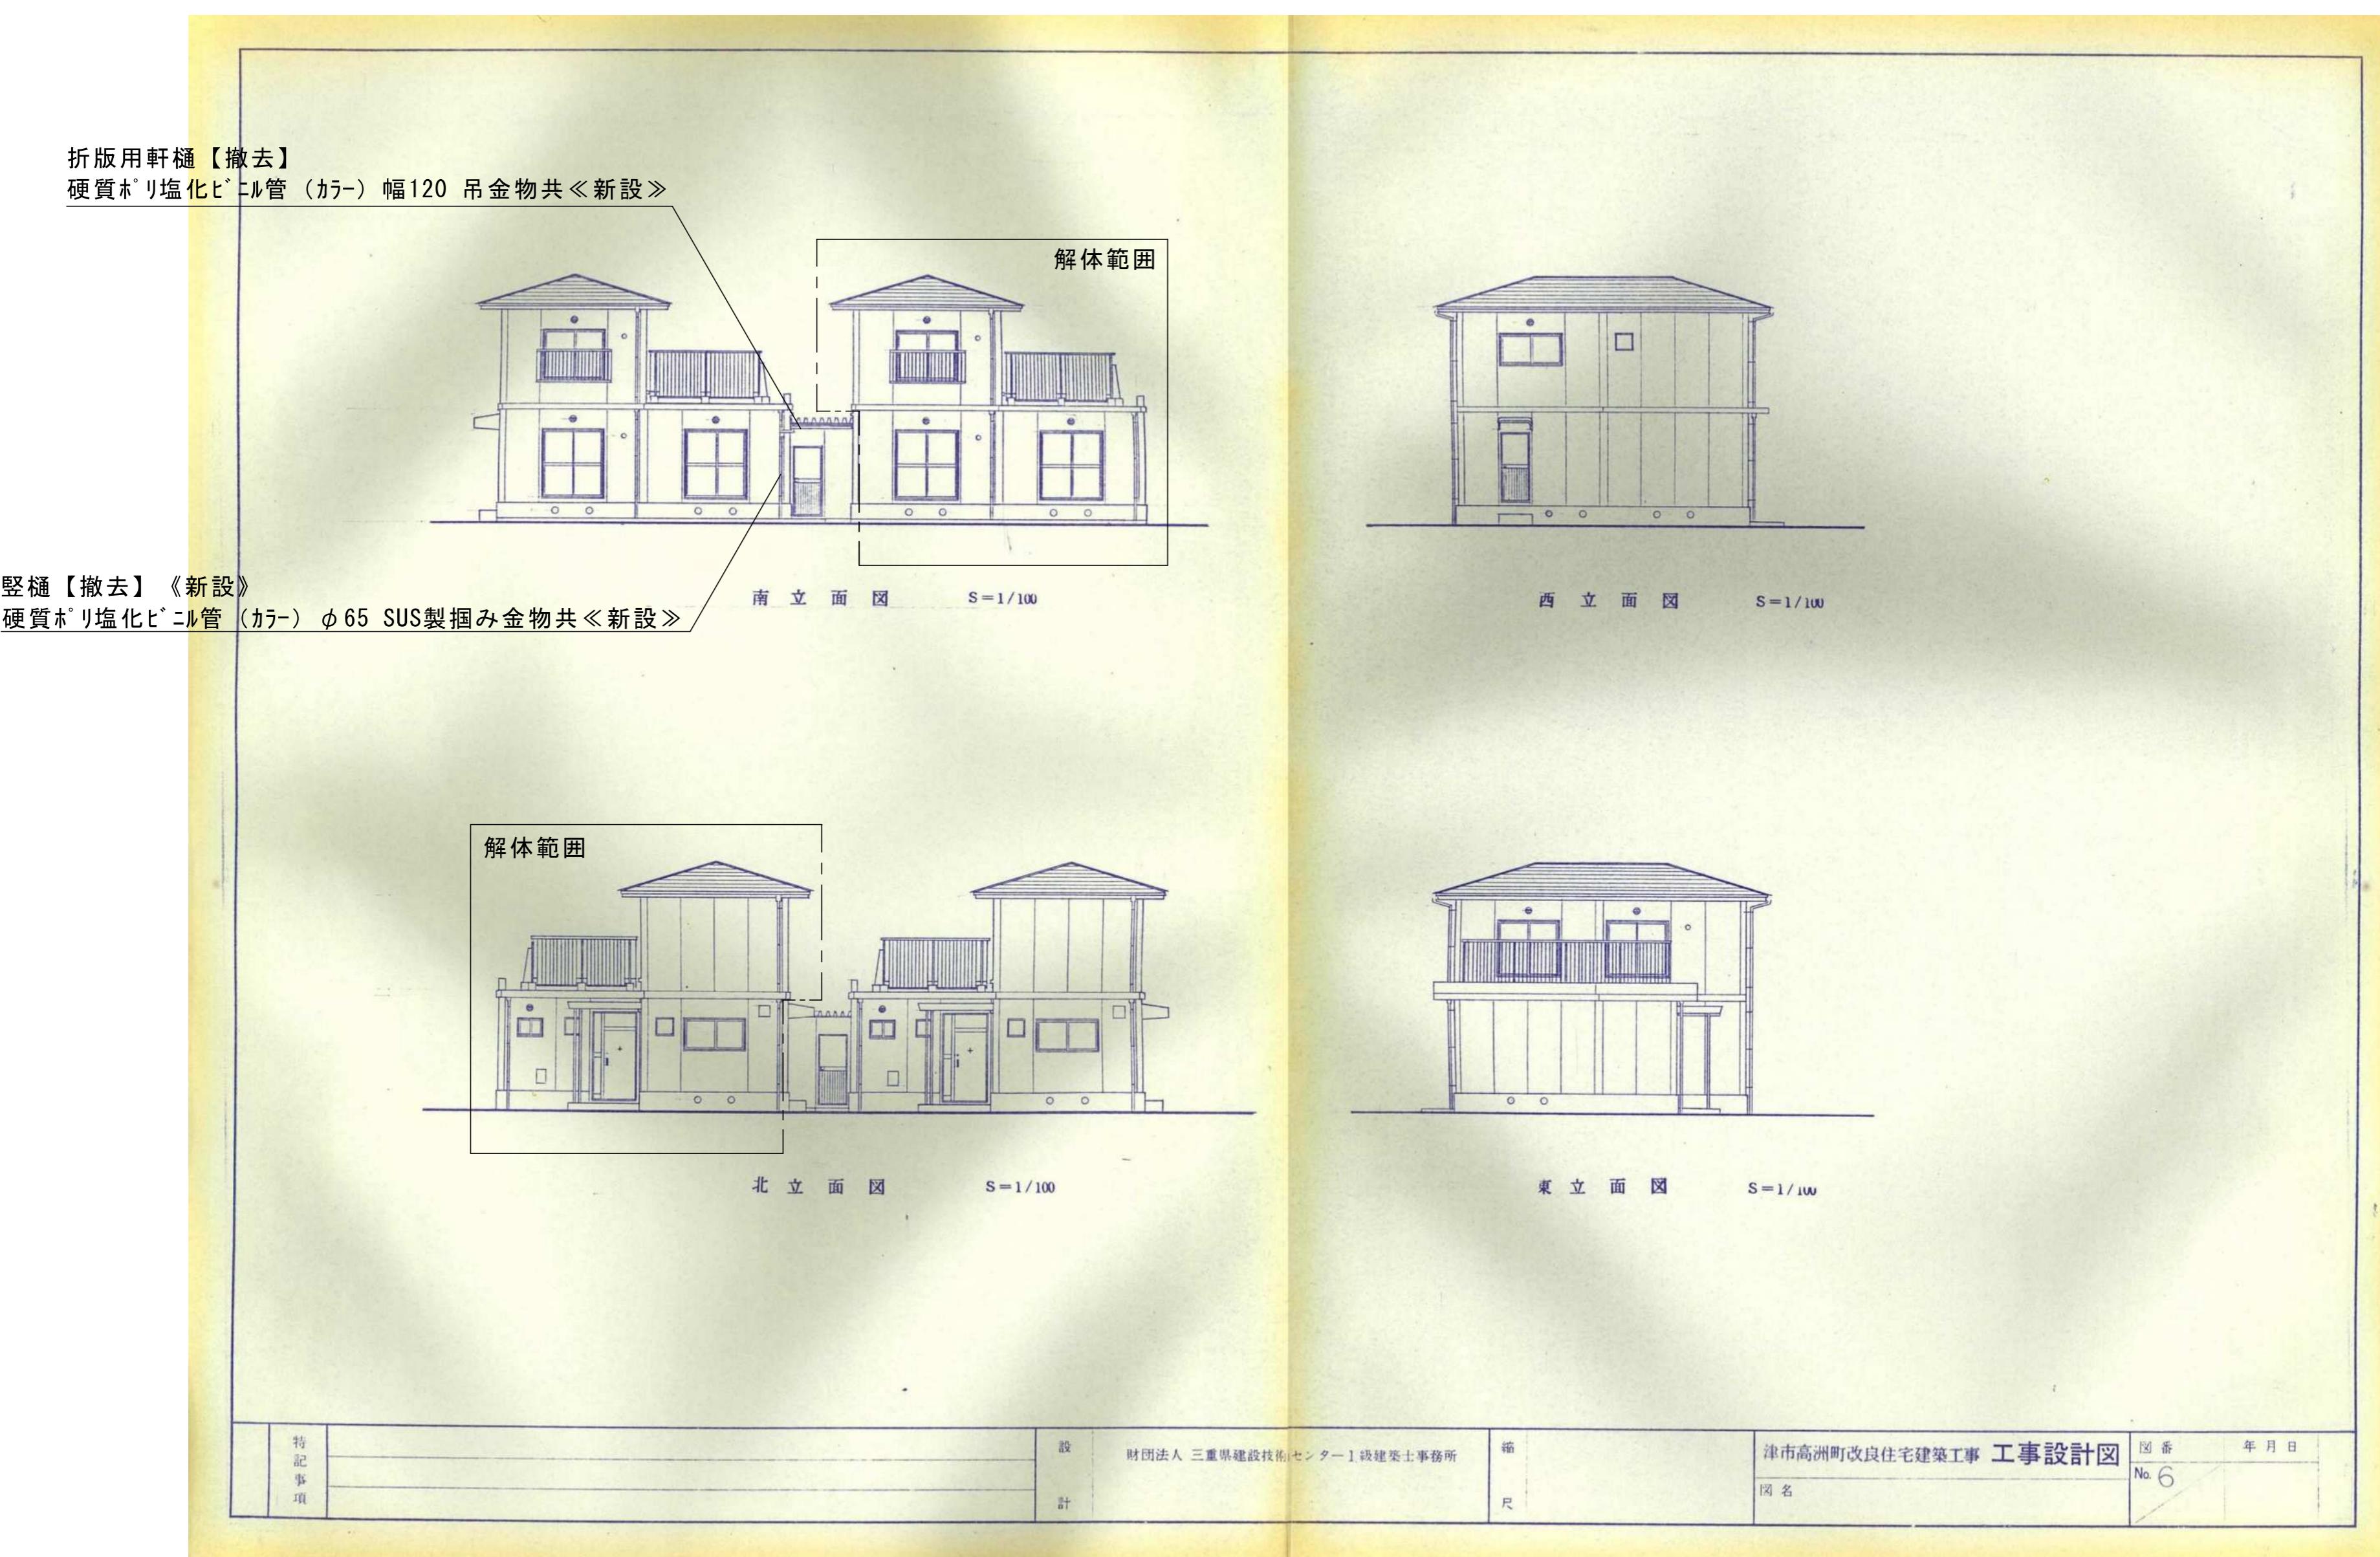


※火災による焼損・焼失状態は、仕上表参照

津市市営高洲住宅(14-13)解体工事		縮尺 NS
図面名称	立面図	原図:A2
津市建設部市営住宅課		No. 5/21

参考図

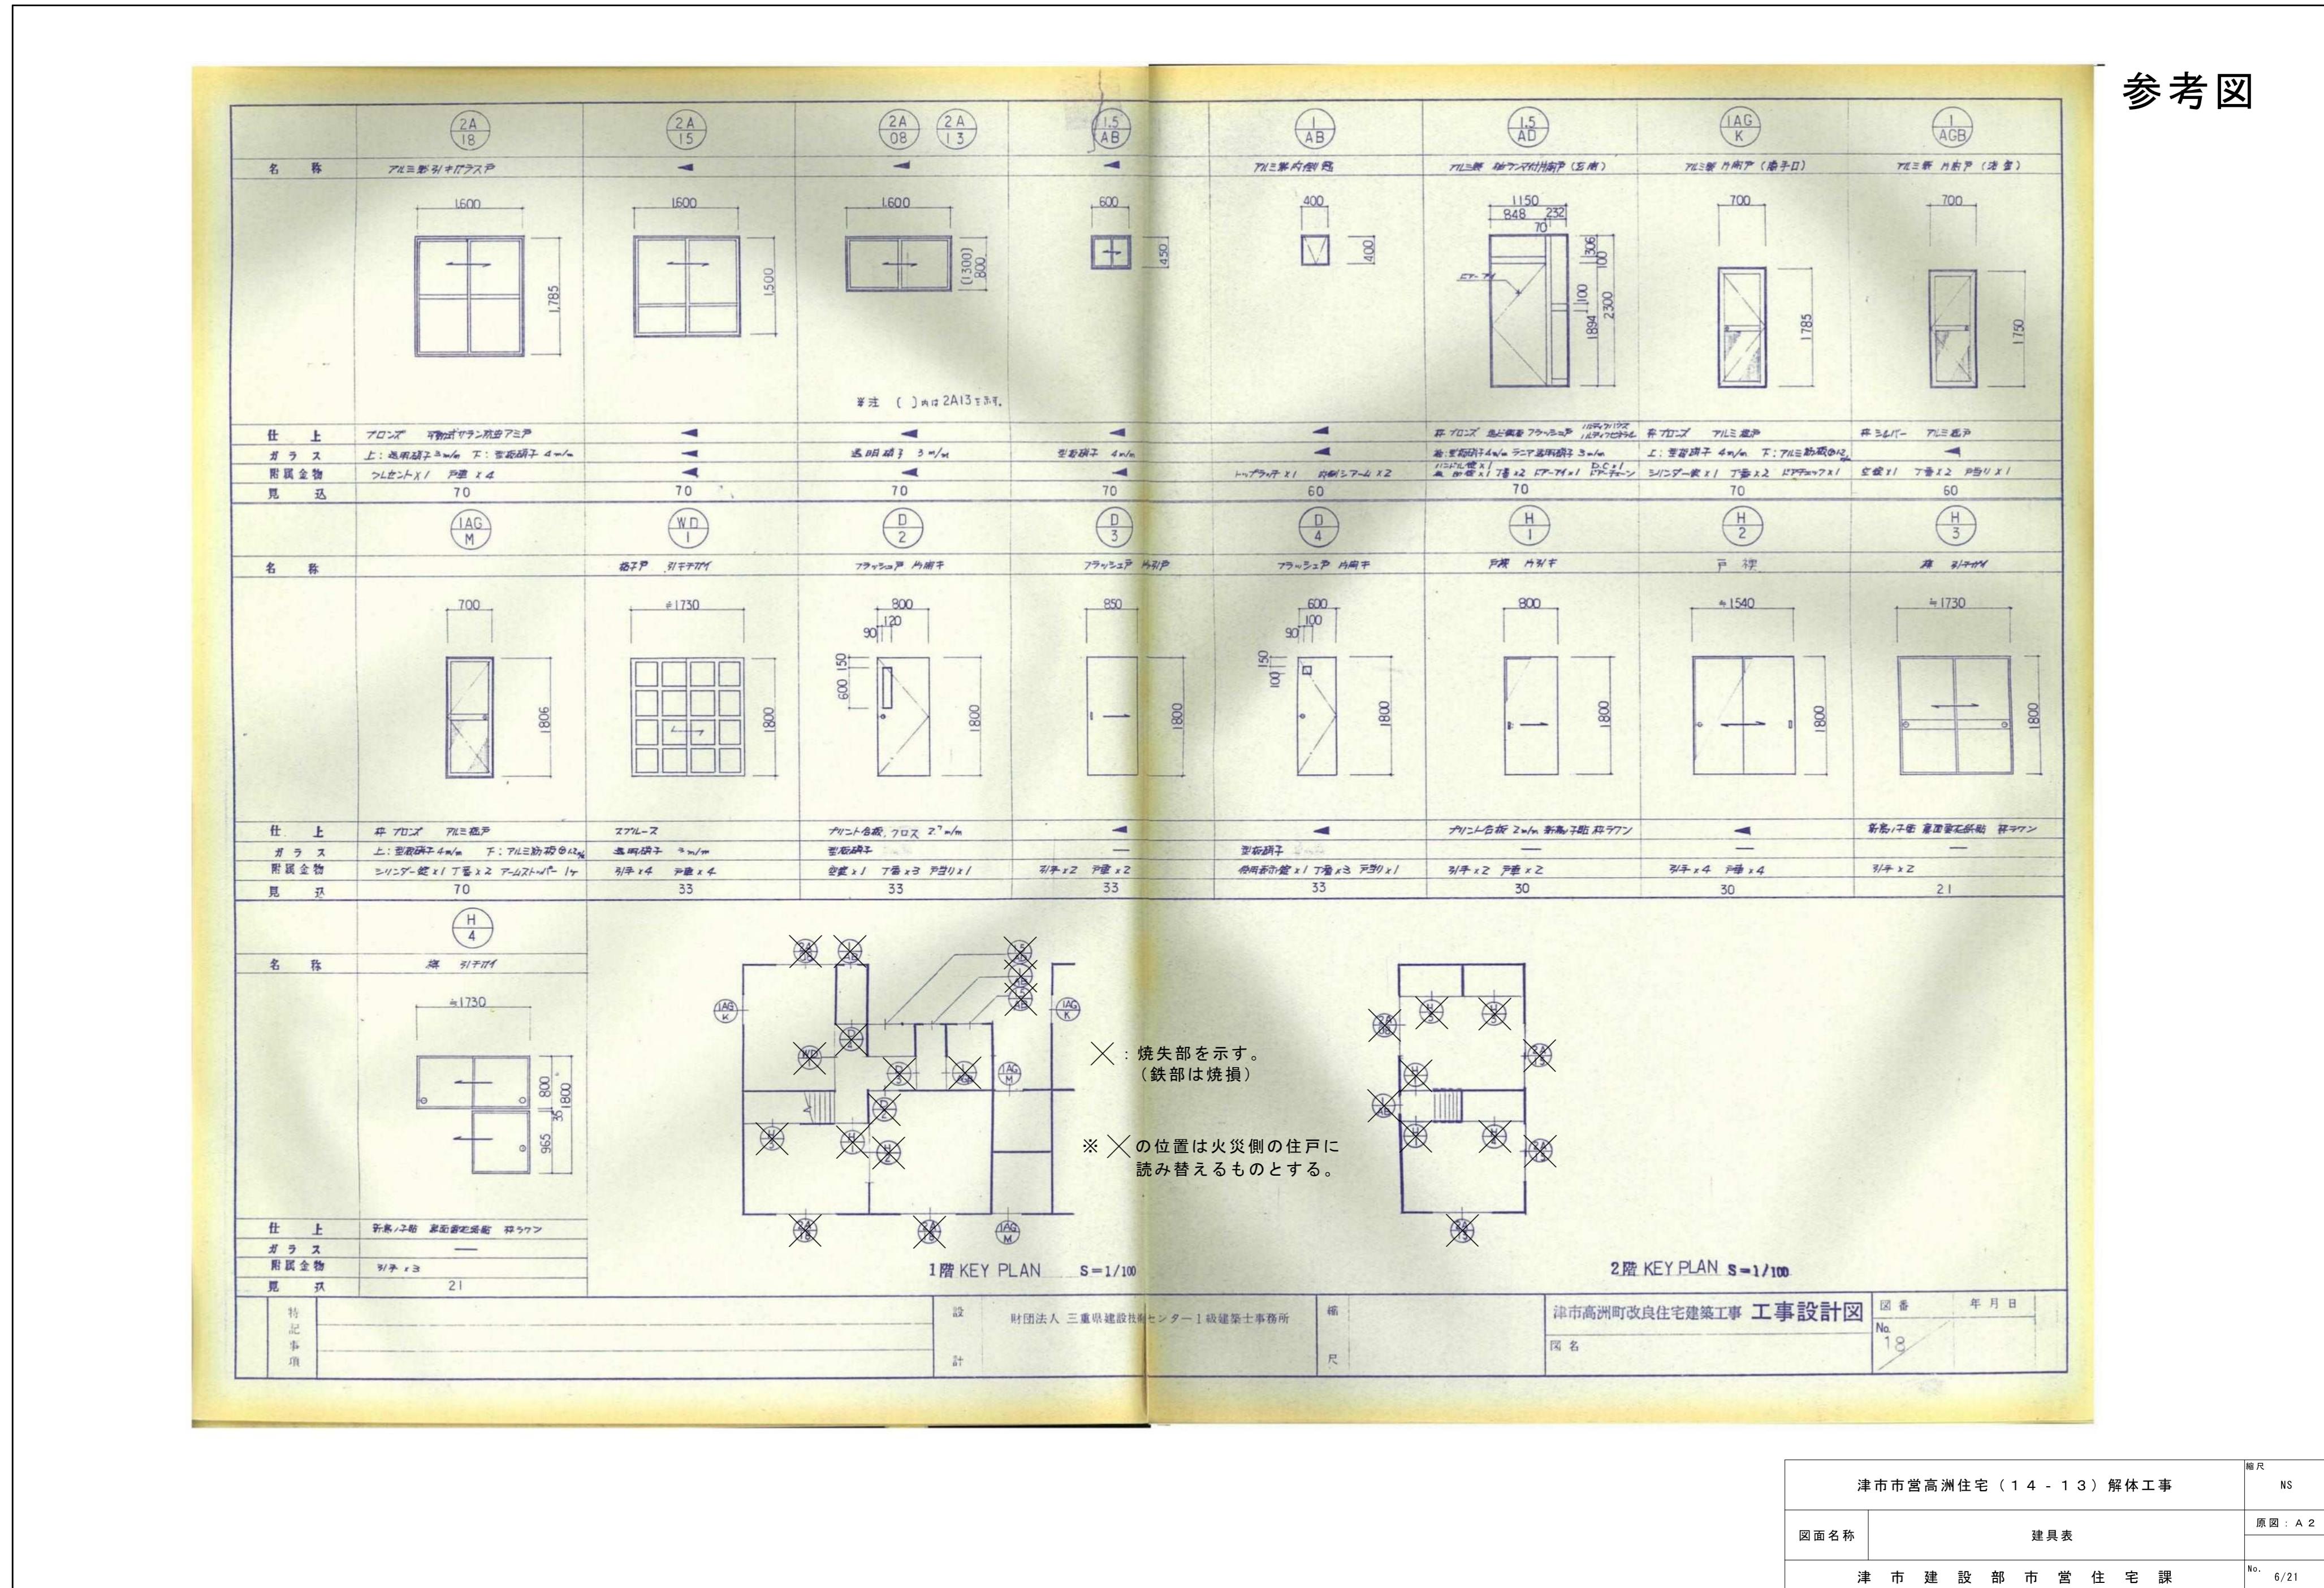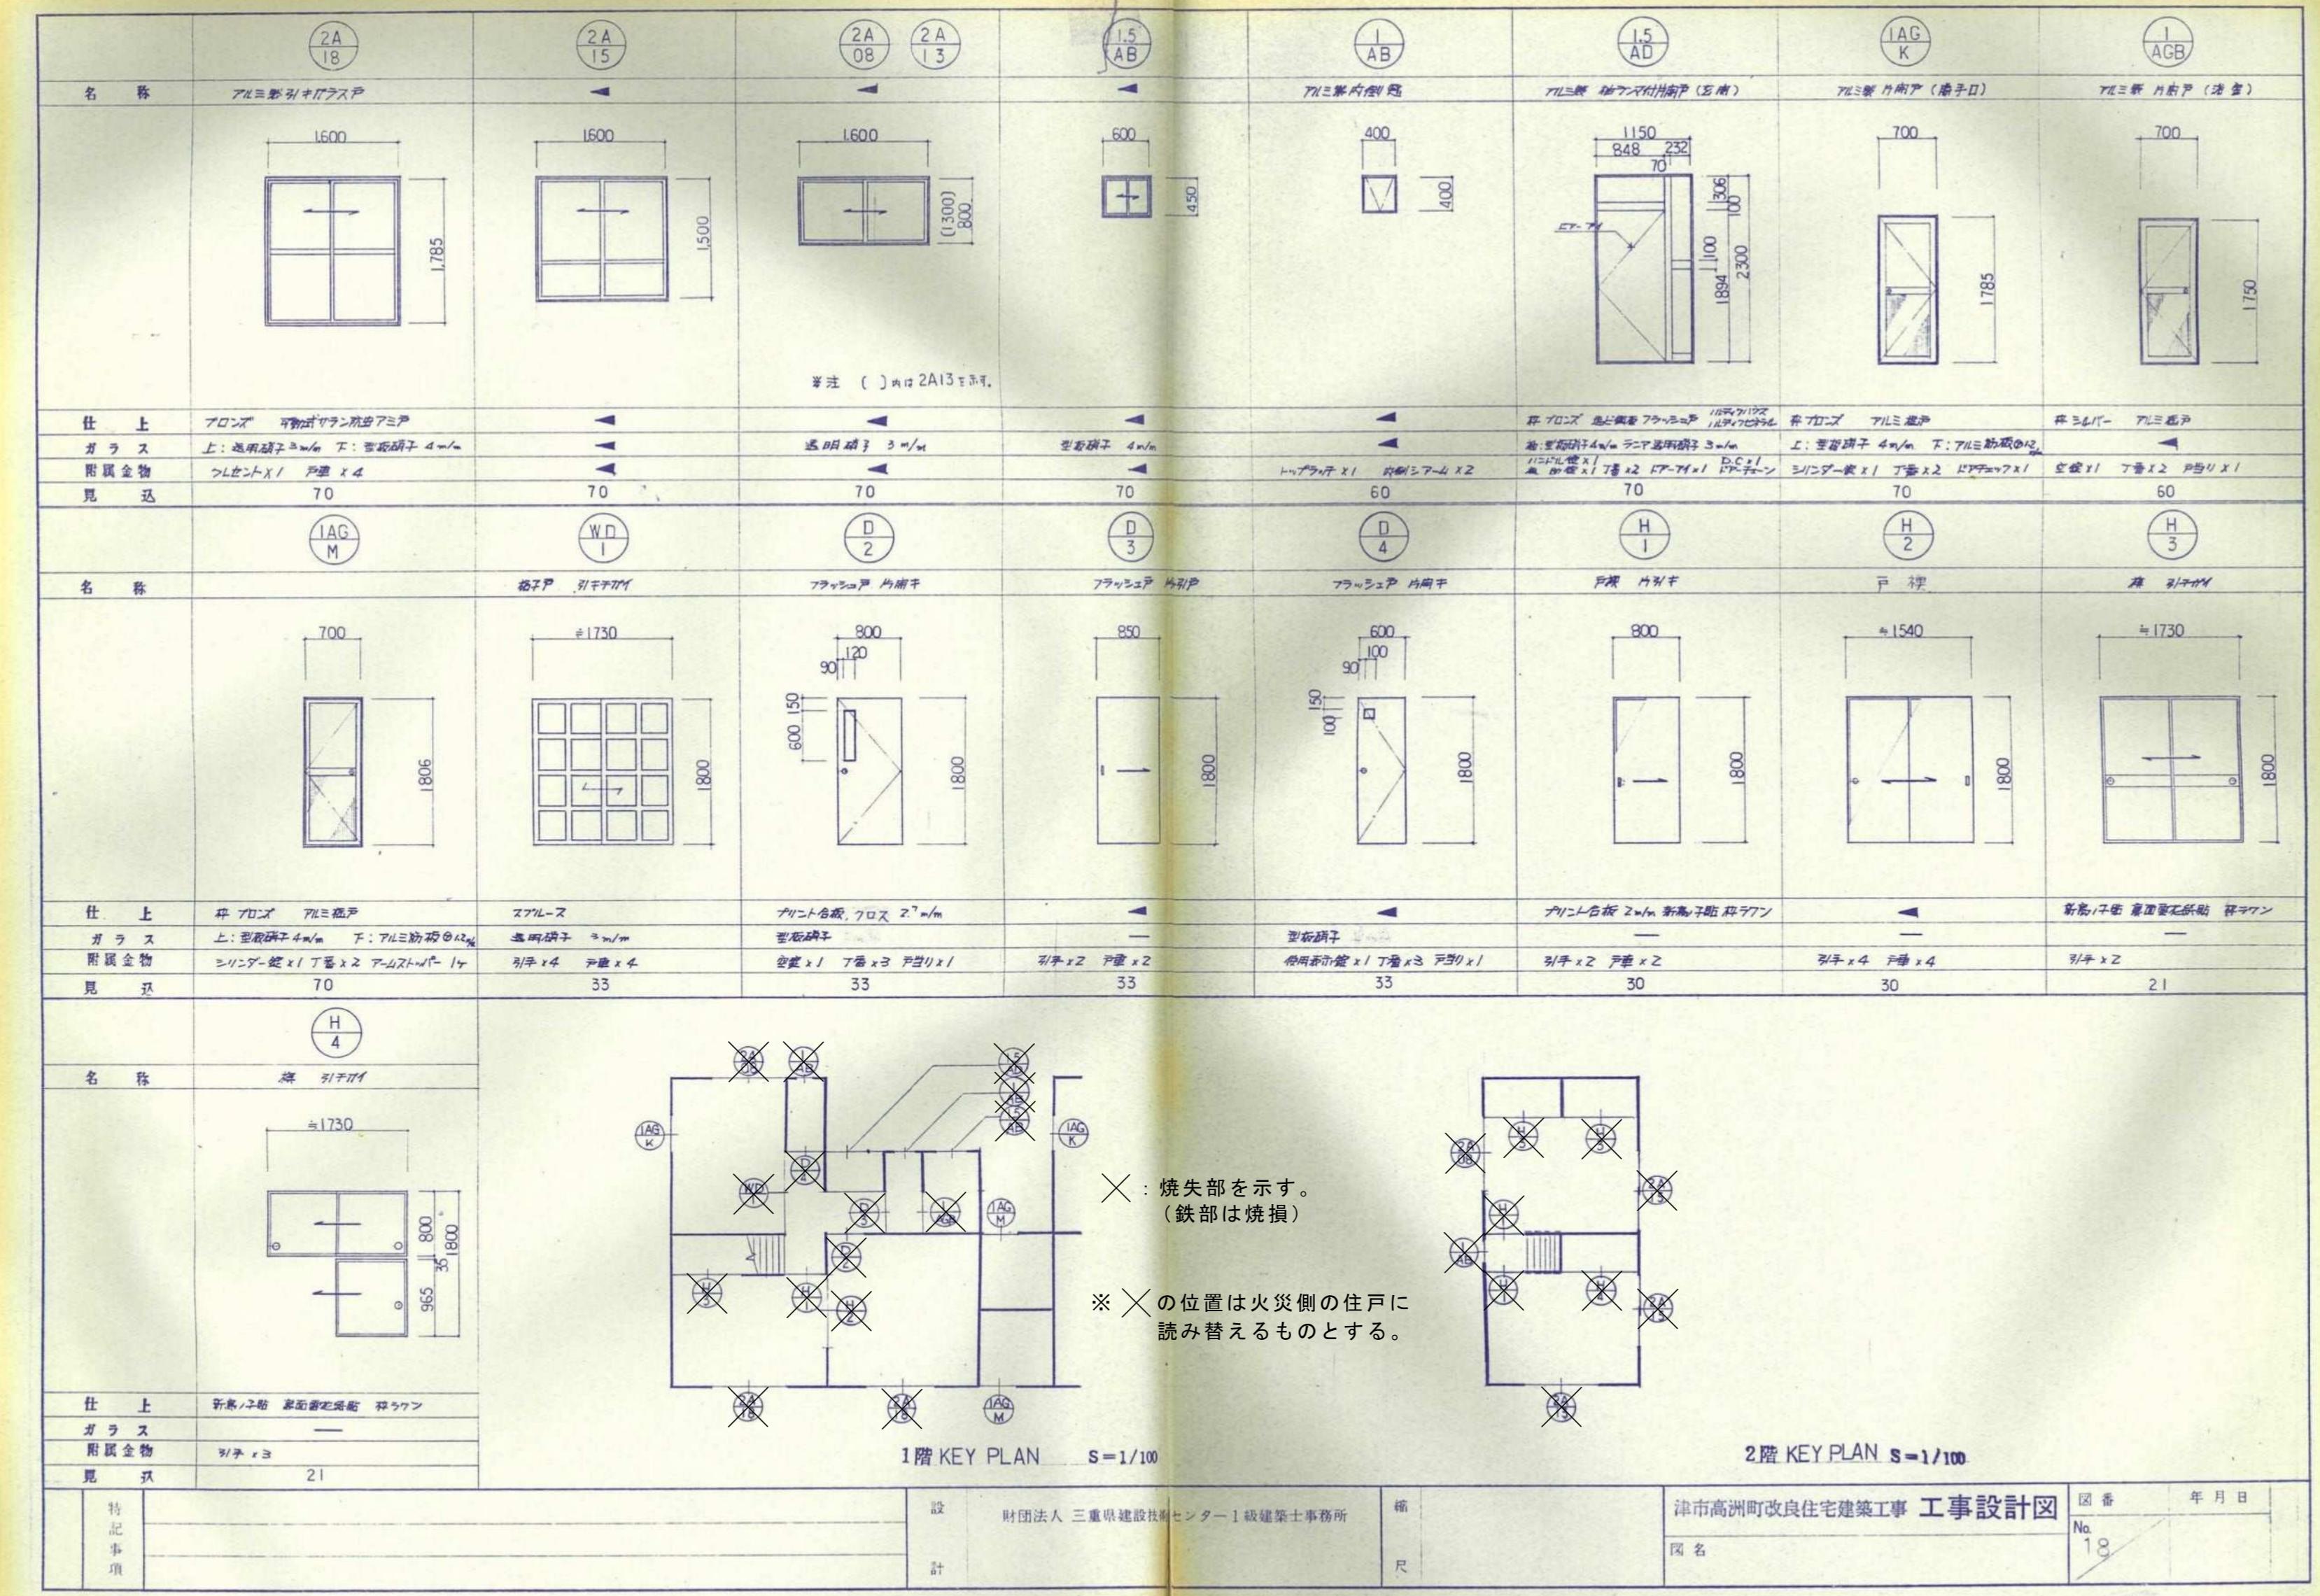


参考図

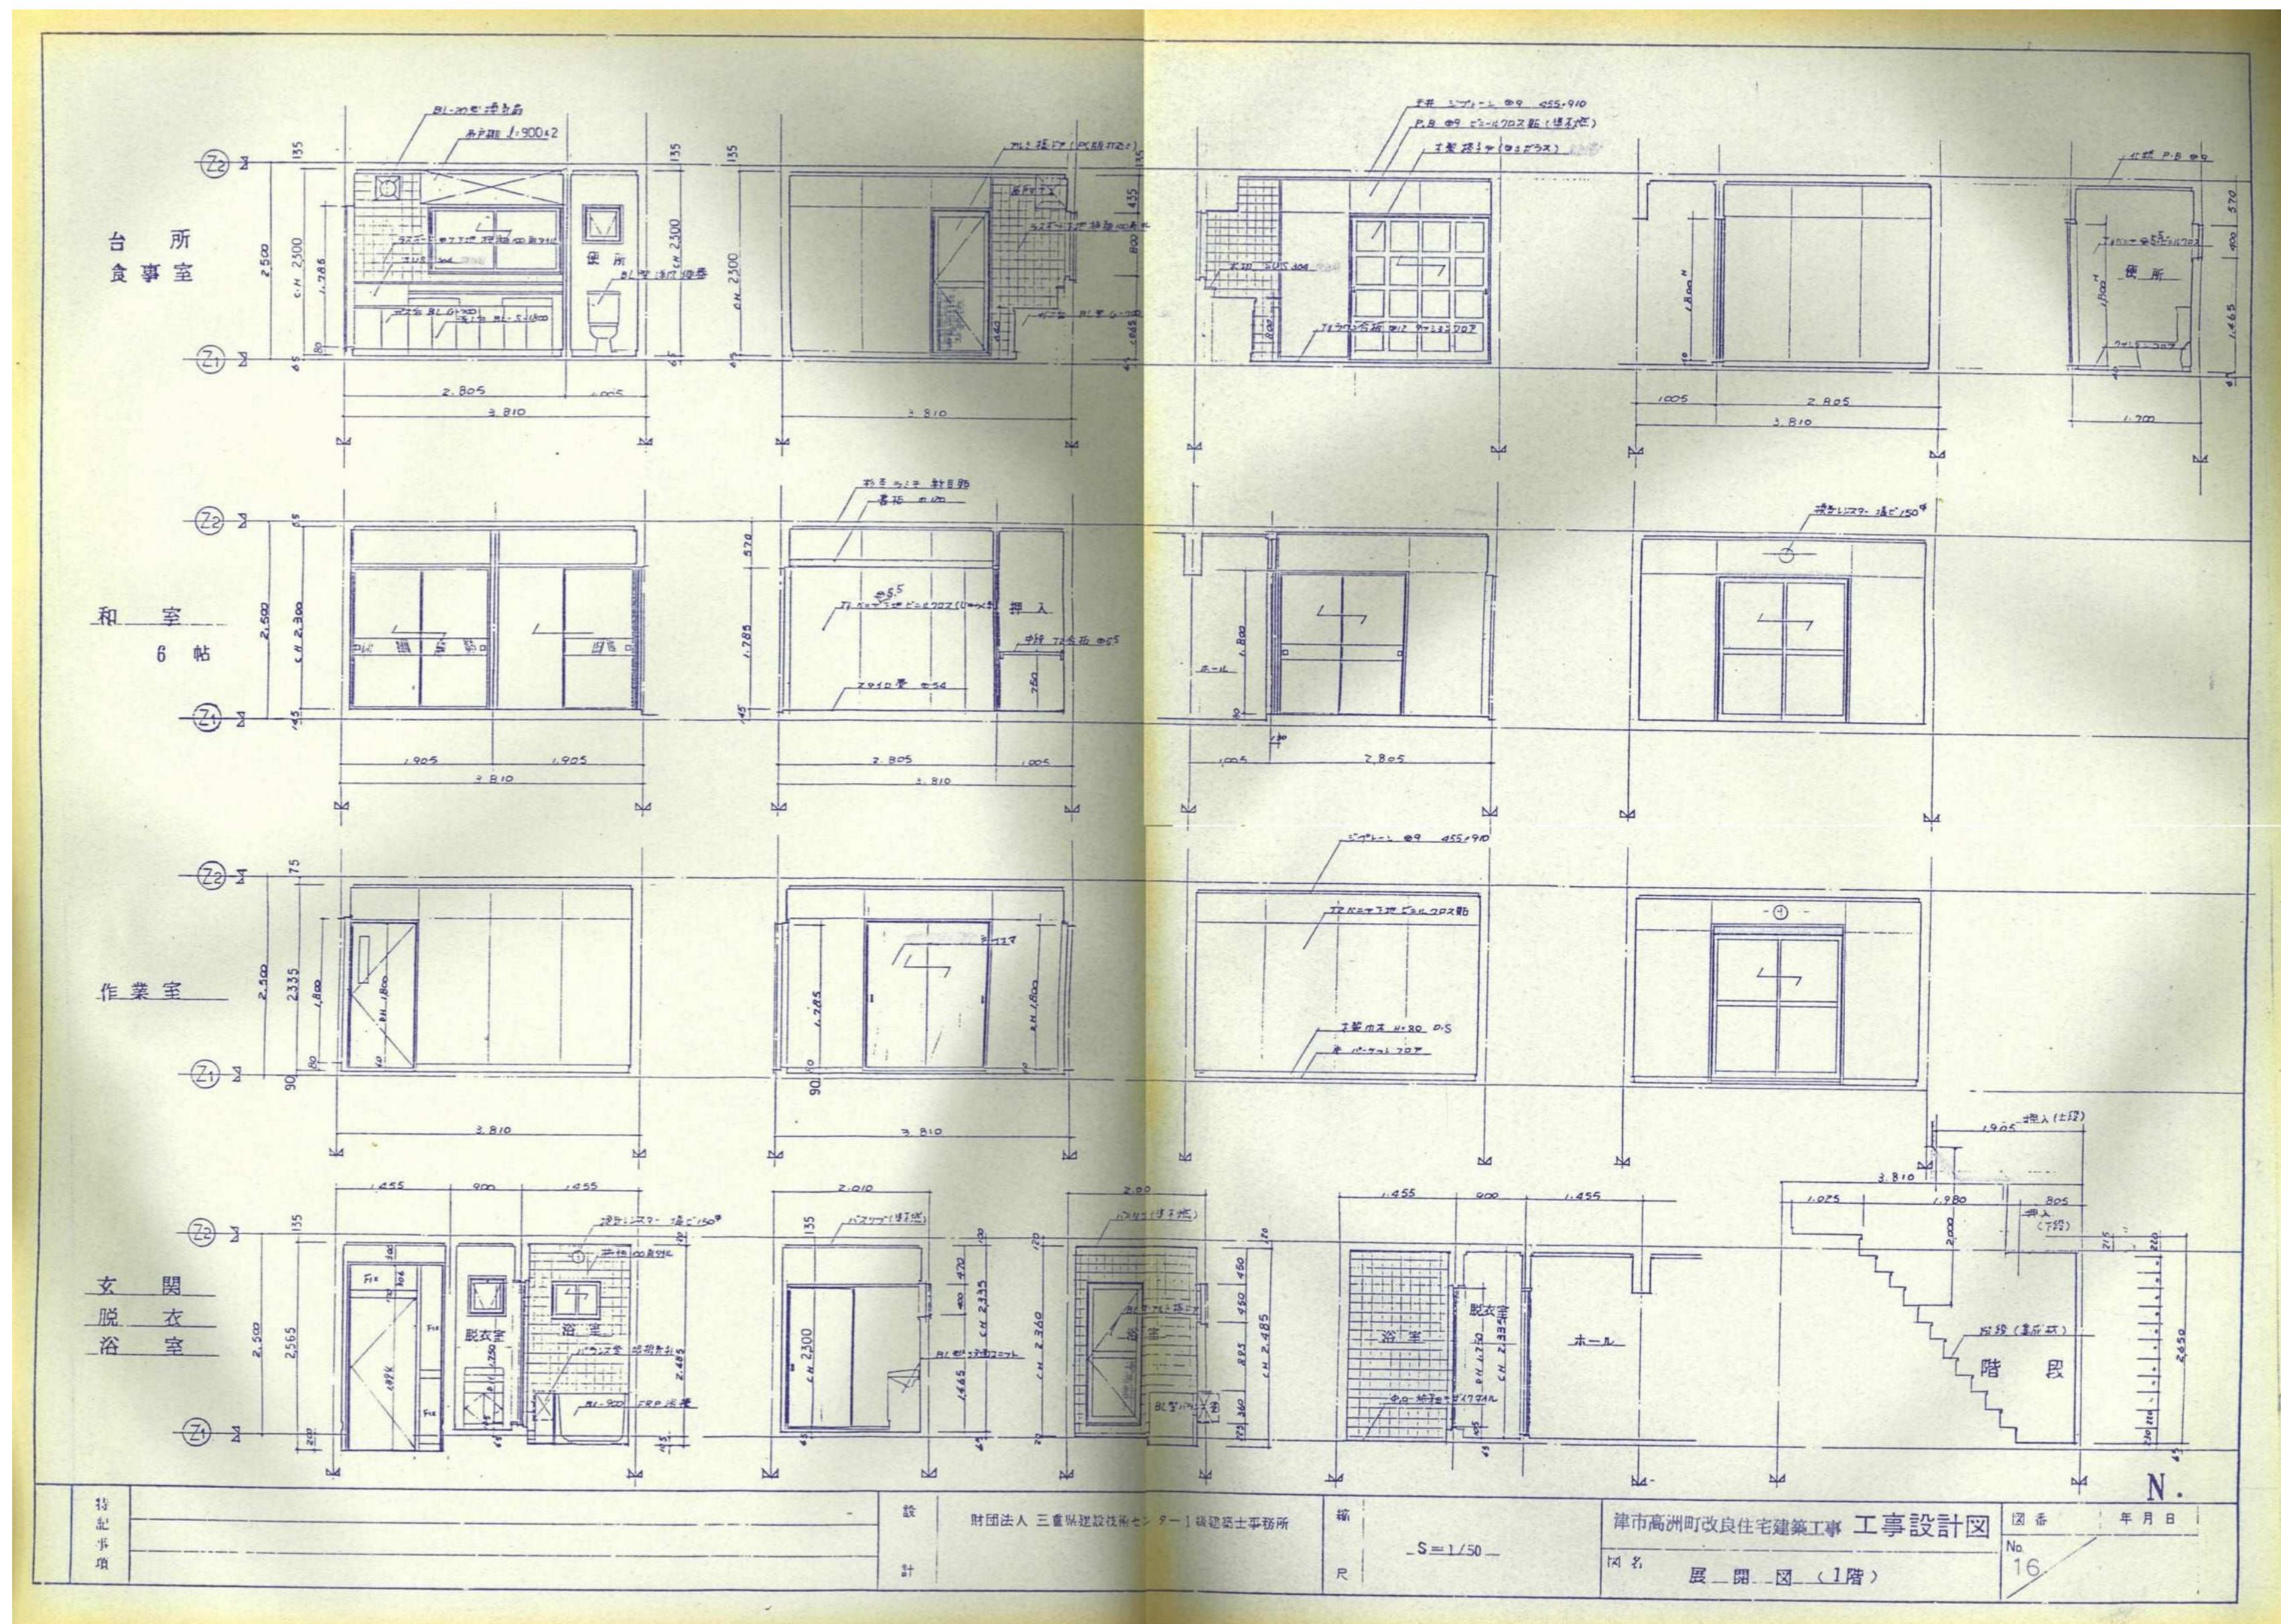

※火災による焼損・焼失状態は、仕上表参照

原図:A2	図面名称	津市建設部市営住宅課
	展開図(1階)	
No. 7/21		


参考図

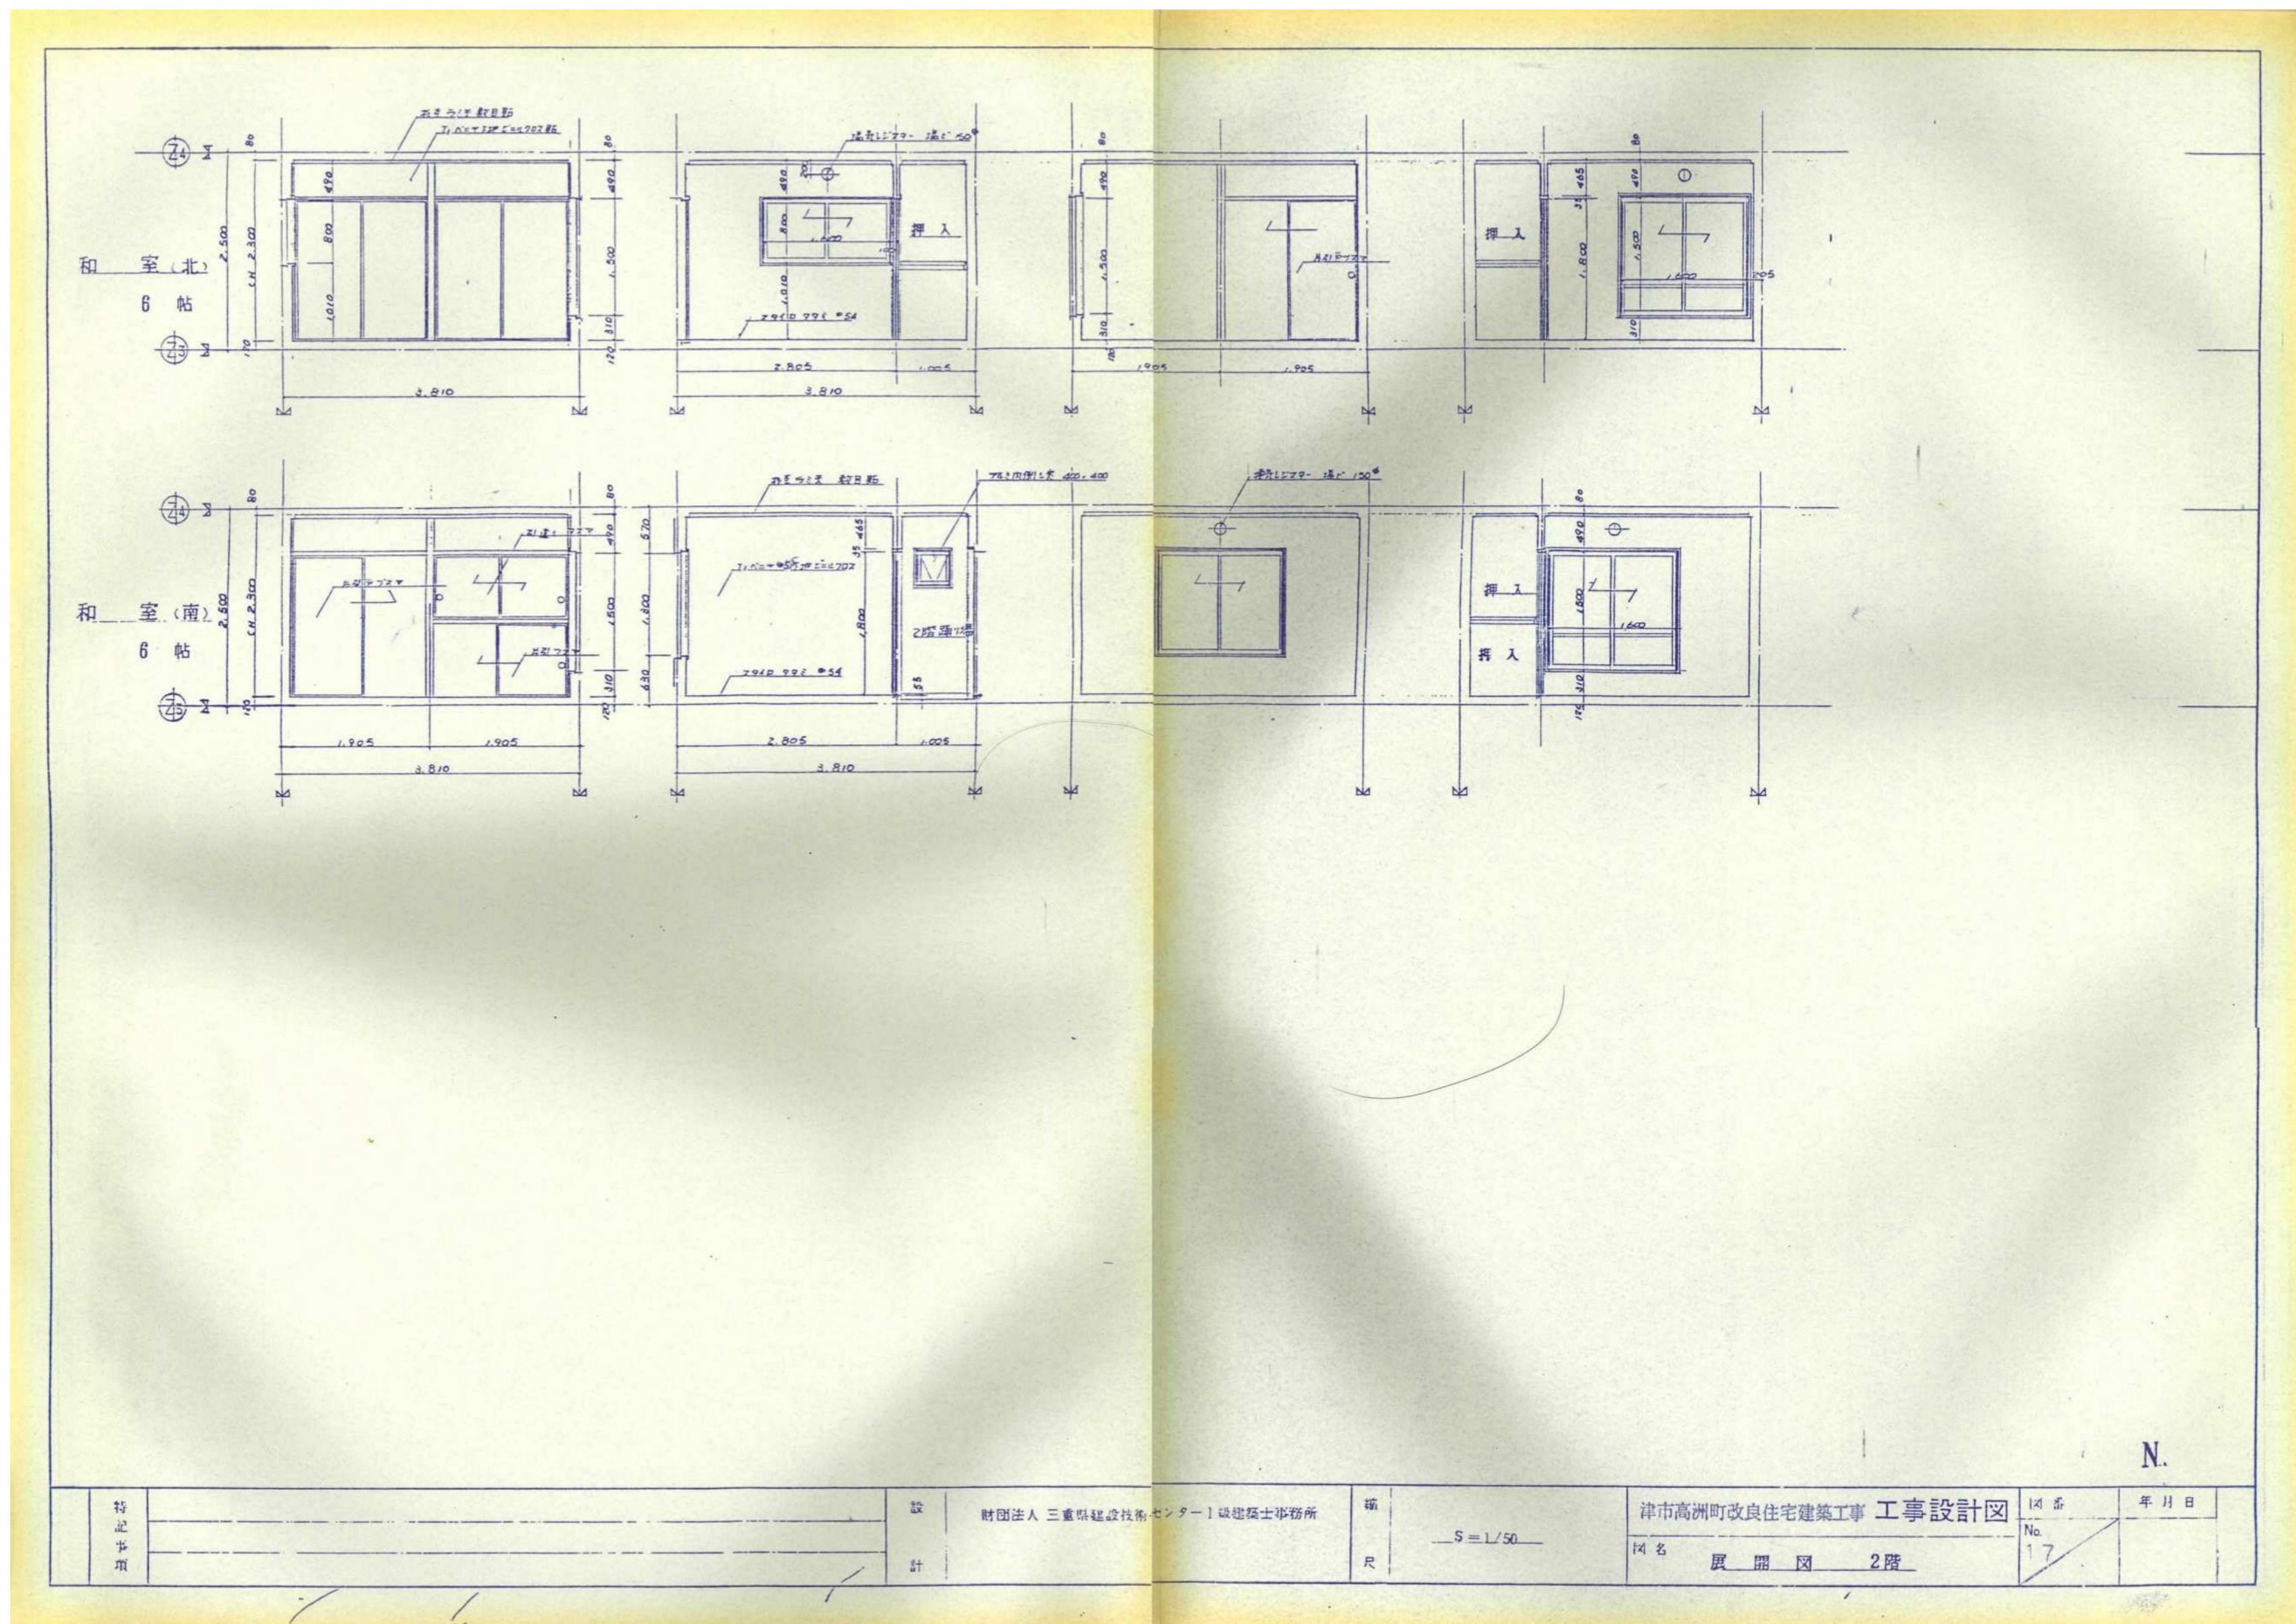

※火災による焼損・焼失状態は、仕上表参照

津市市営高洲住宅(14-13)解体工事		縮尺 NS	
図面名称	展開図(2階)		原図: A2
津市建設部市営住宅課		No. 8/21	


参考図

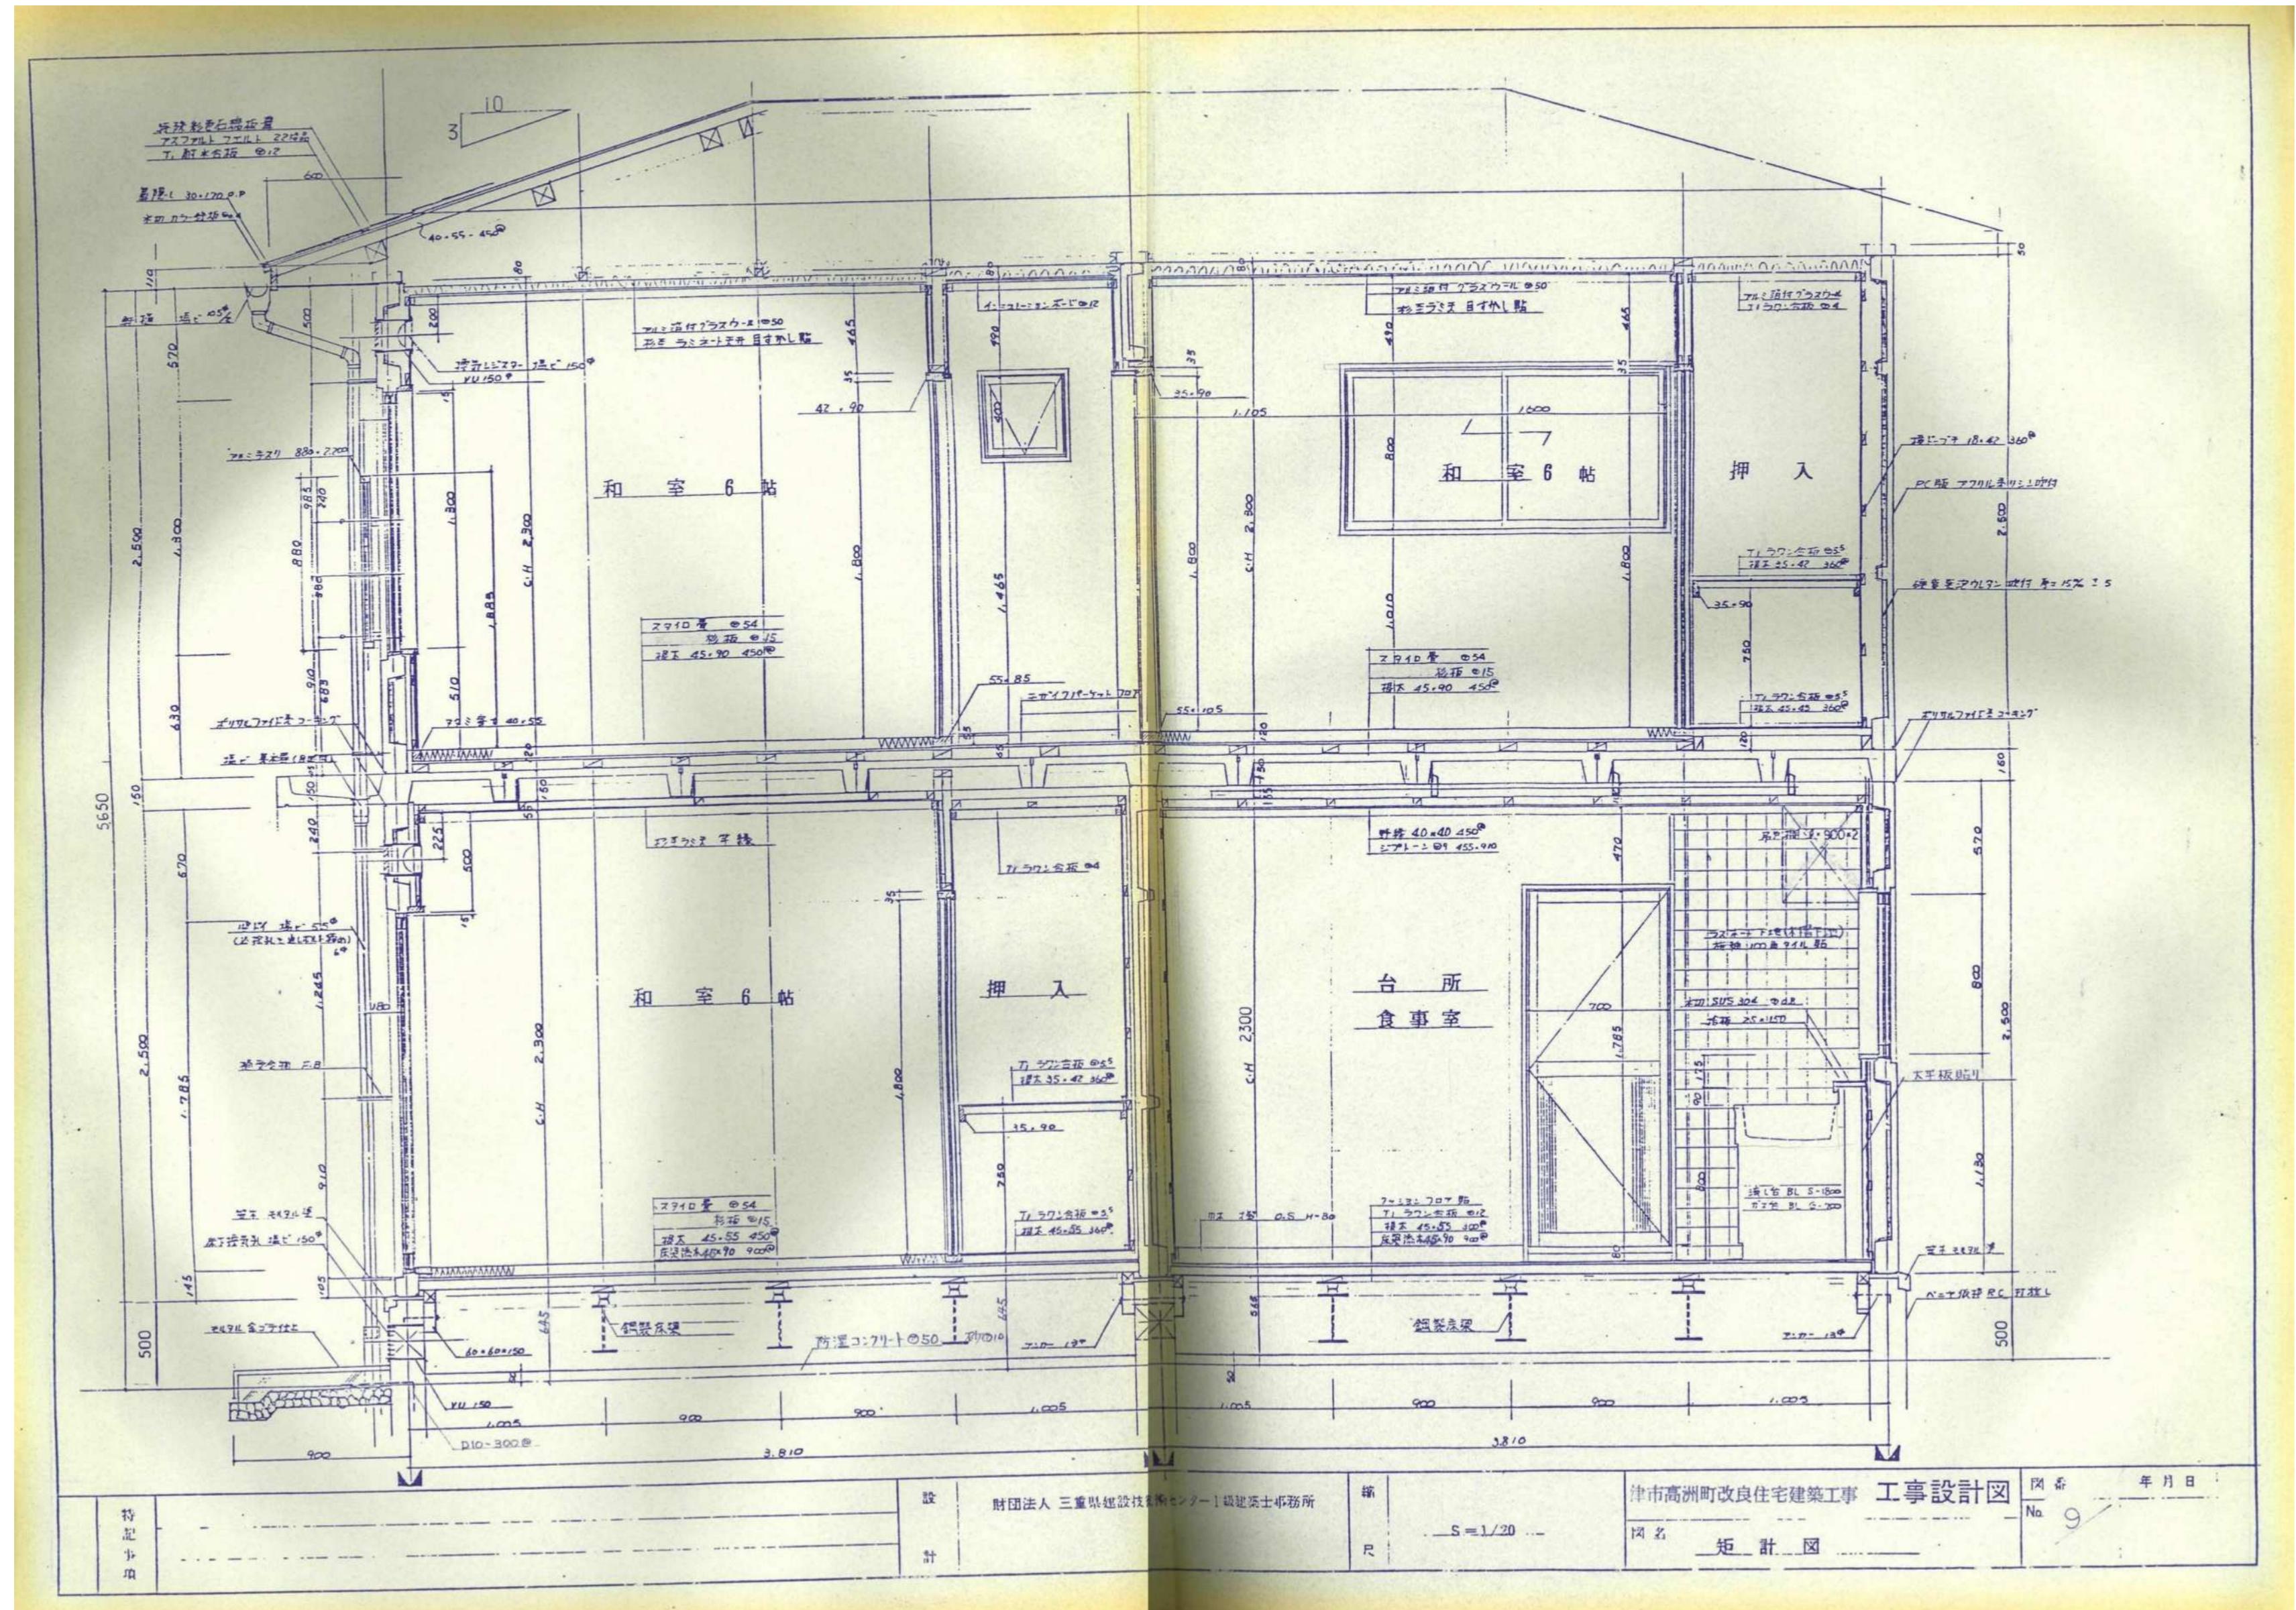

※火災による焼損・焼失状態は、仕上表参照

津市市営高洲住宅(14-13)解体工事		縮尺 NS
原図: A2		
図面名称 矩計図		No. 9/21
津市建設部市営住宅課		


参考図

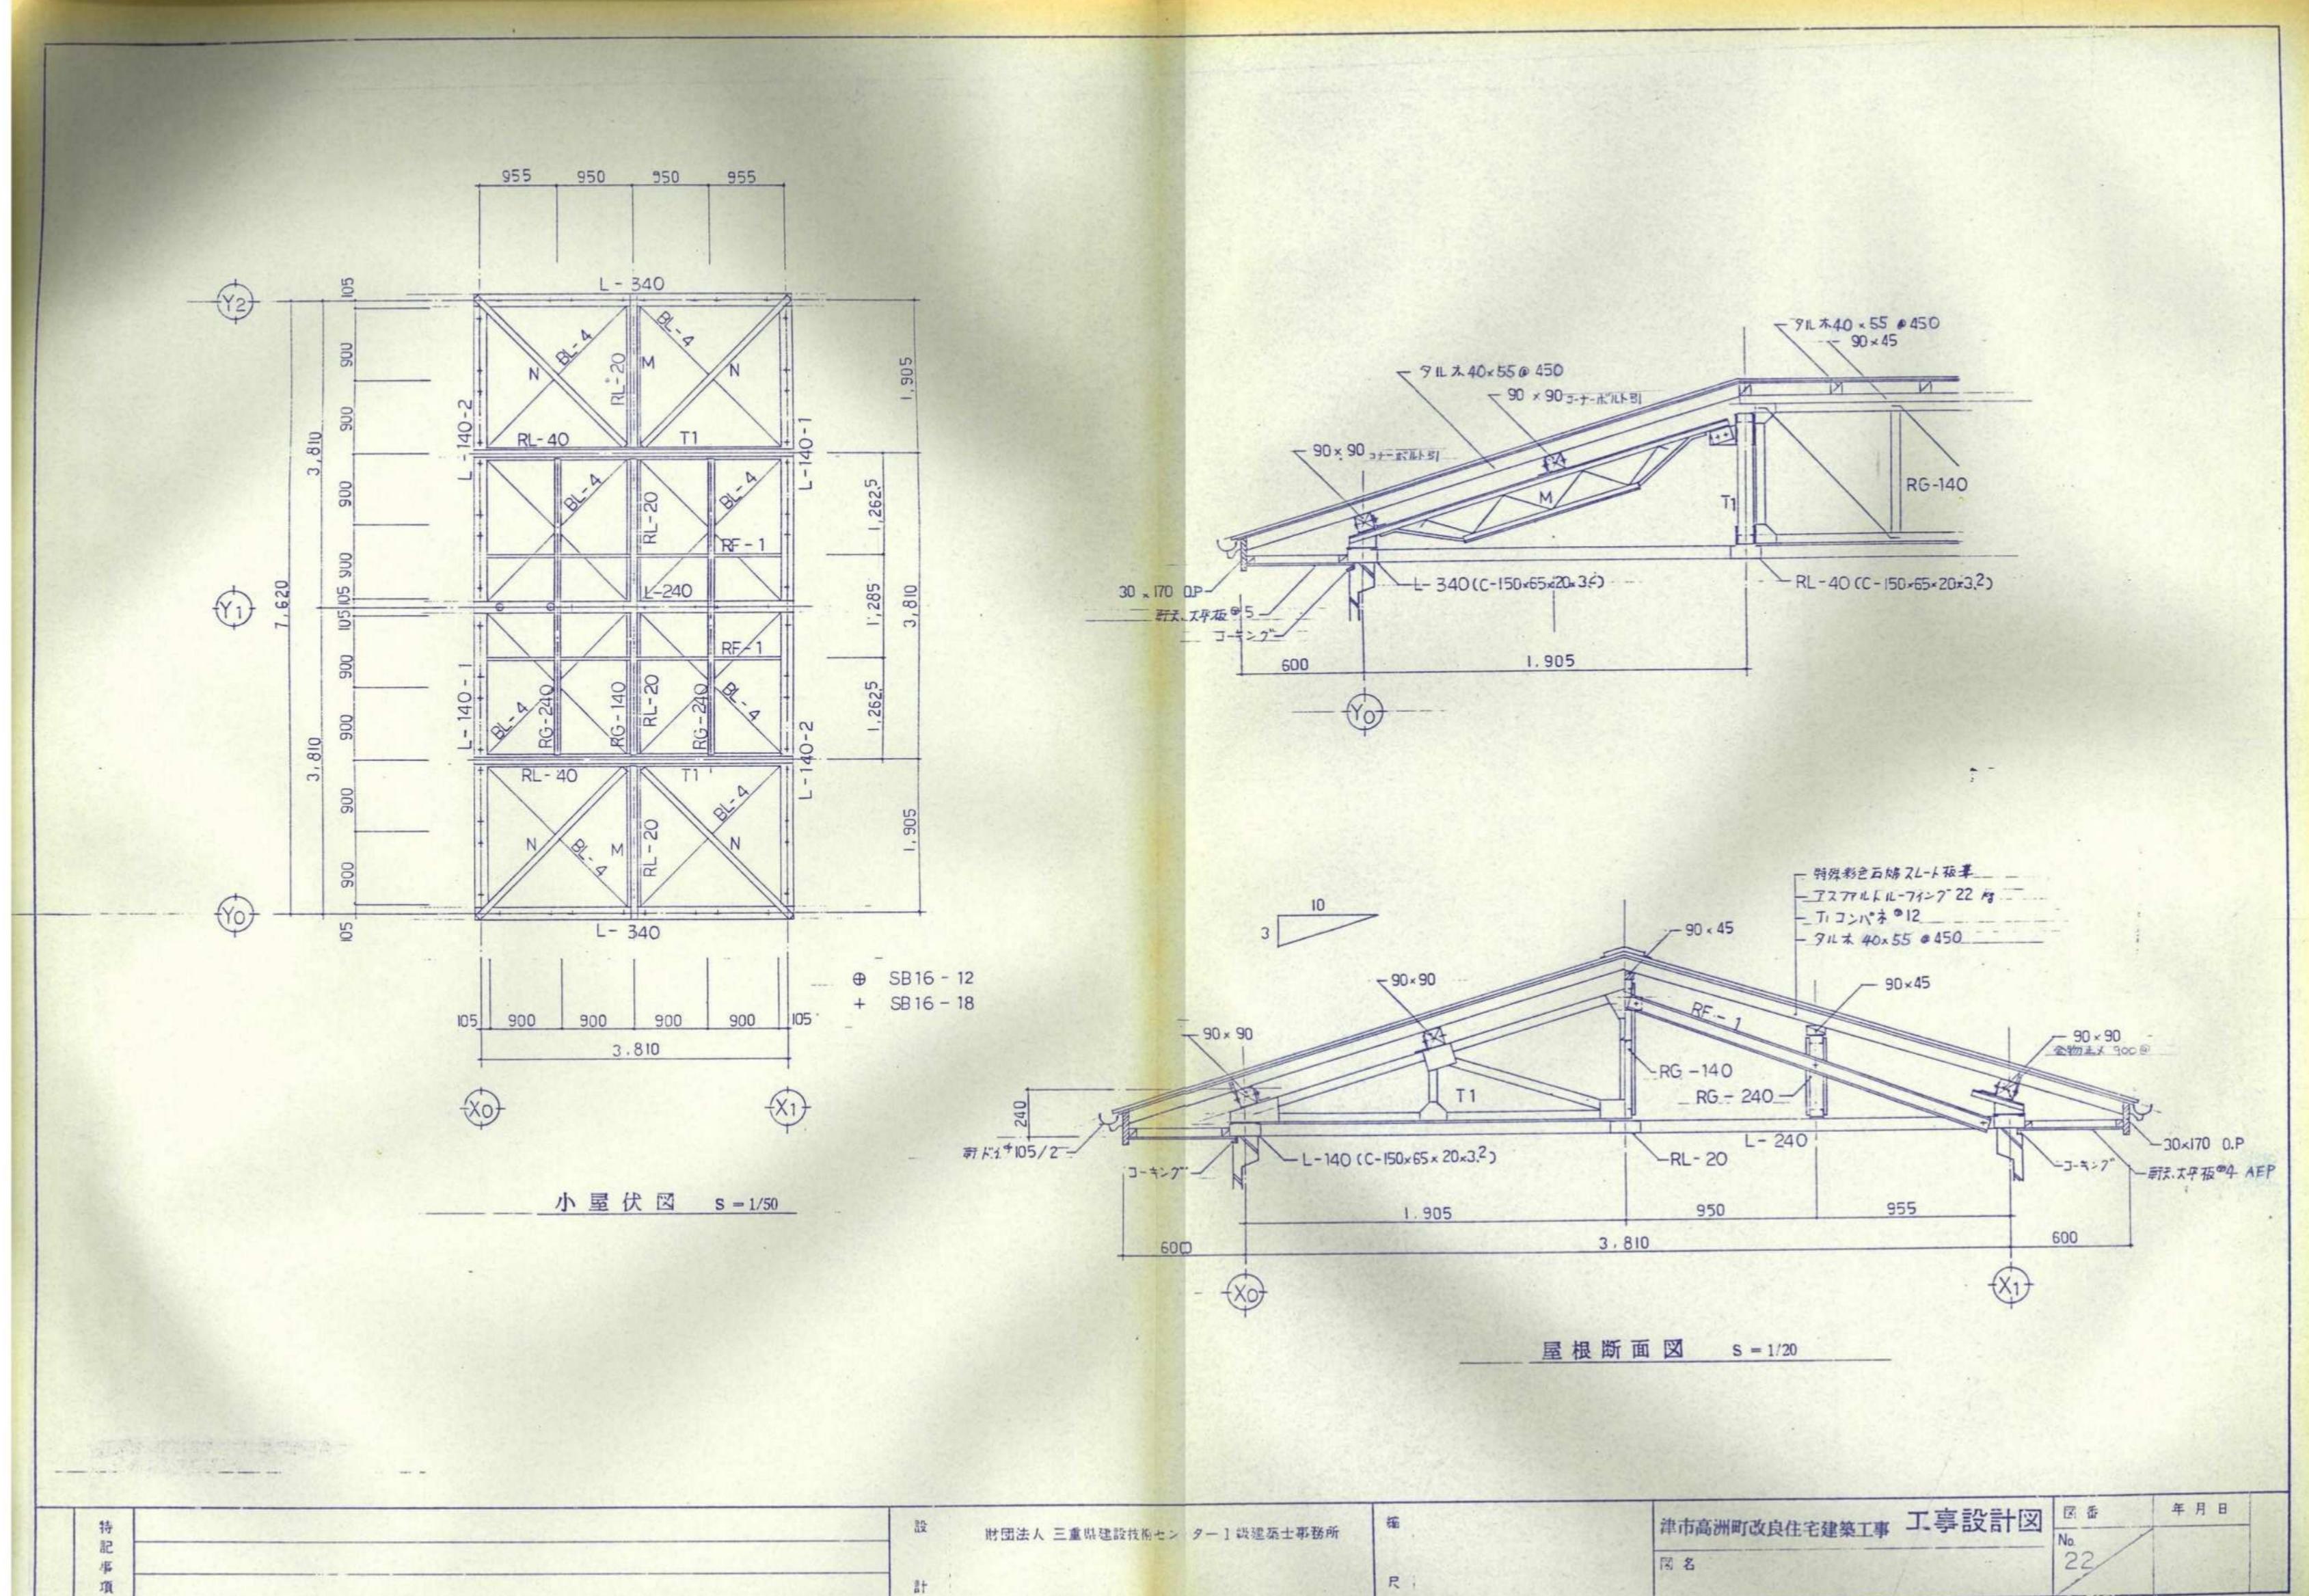

※鉄部以外焼失


津市市営高洲住宅(14-13)解体工事		縮尺 NS
図面名称	小屋伏図(1)	
原図:A2		
津市建設部市営住宅課		No. 10/21

参考図

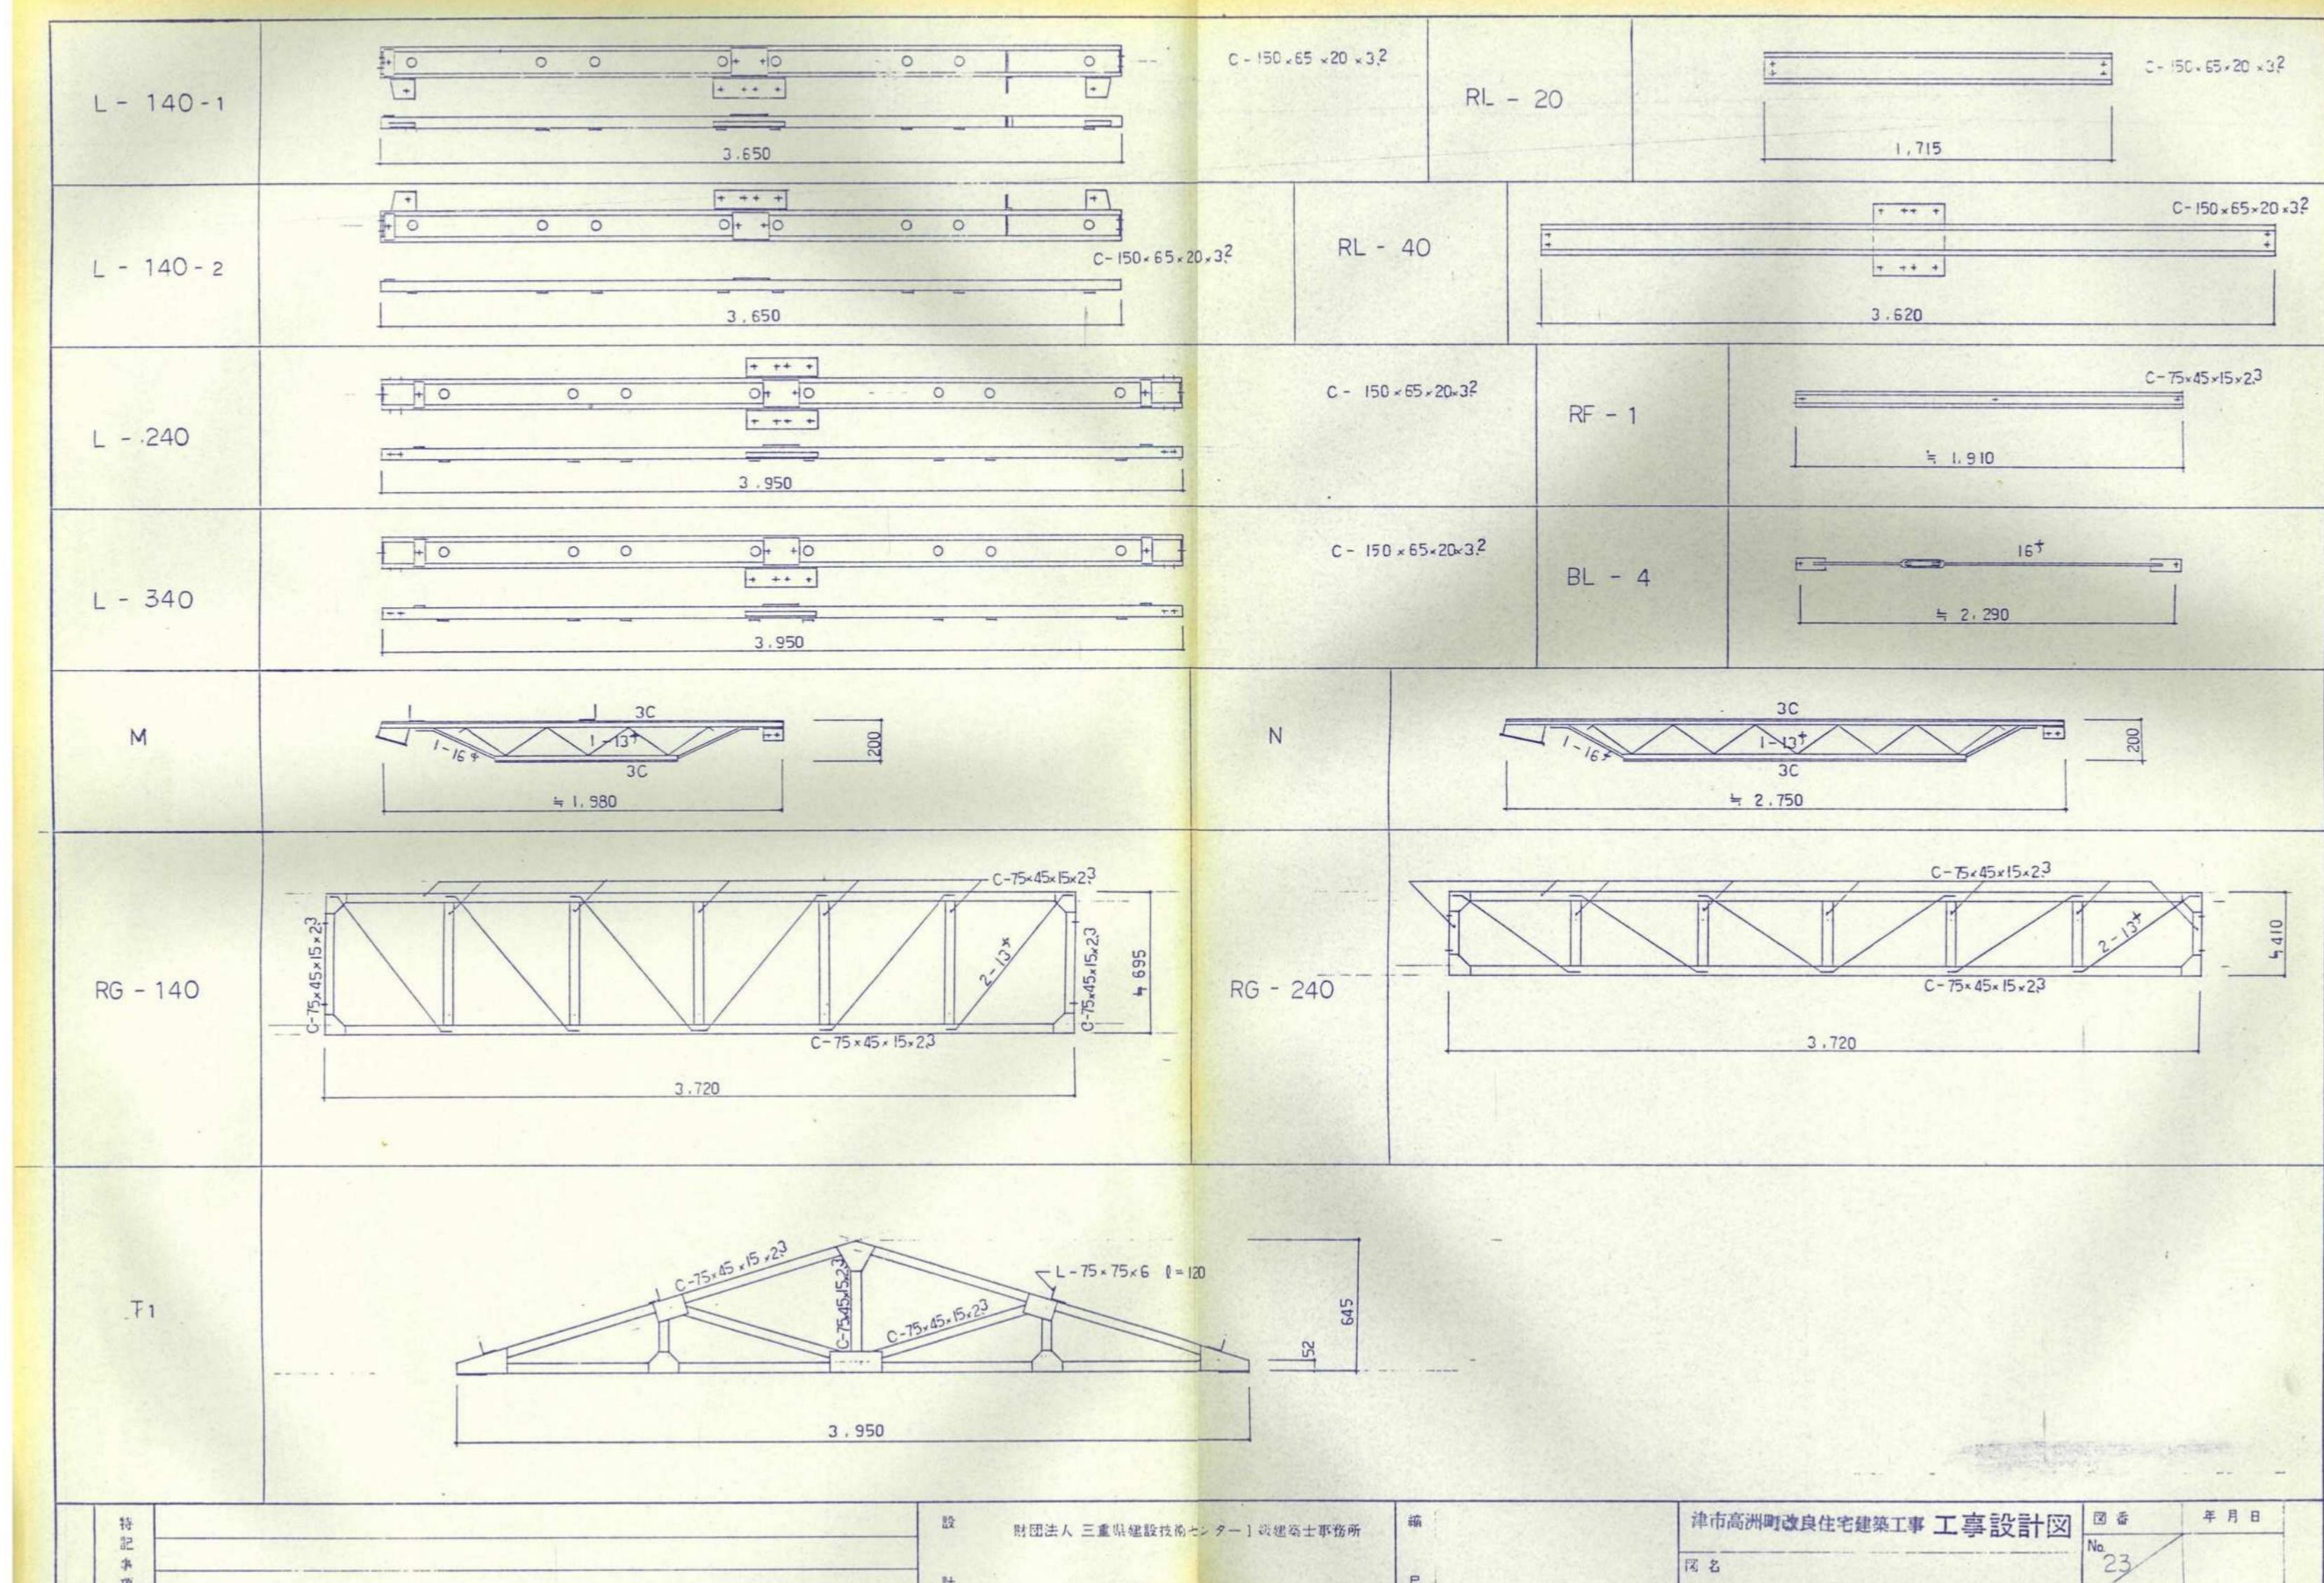

津市市営高洲住宅(14-13)解体工事		縮尺 NS	
図面名称	小屋伏図(2)		原図:A2
津市建設部市営住宅課			No. 11/21

参考図

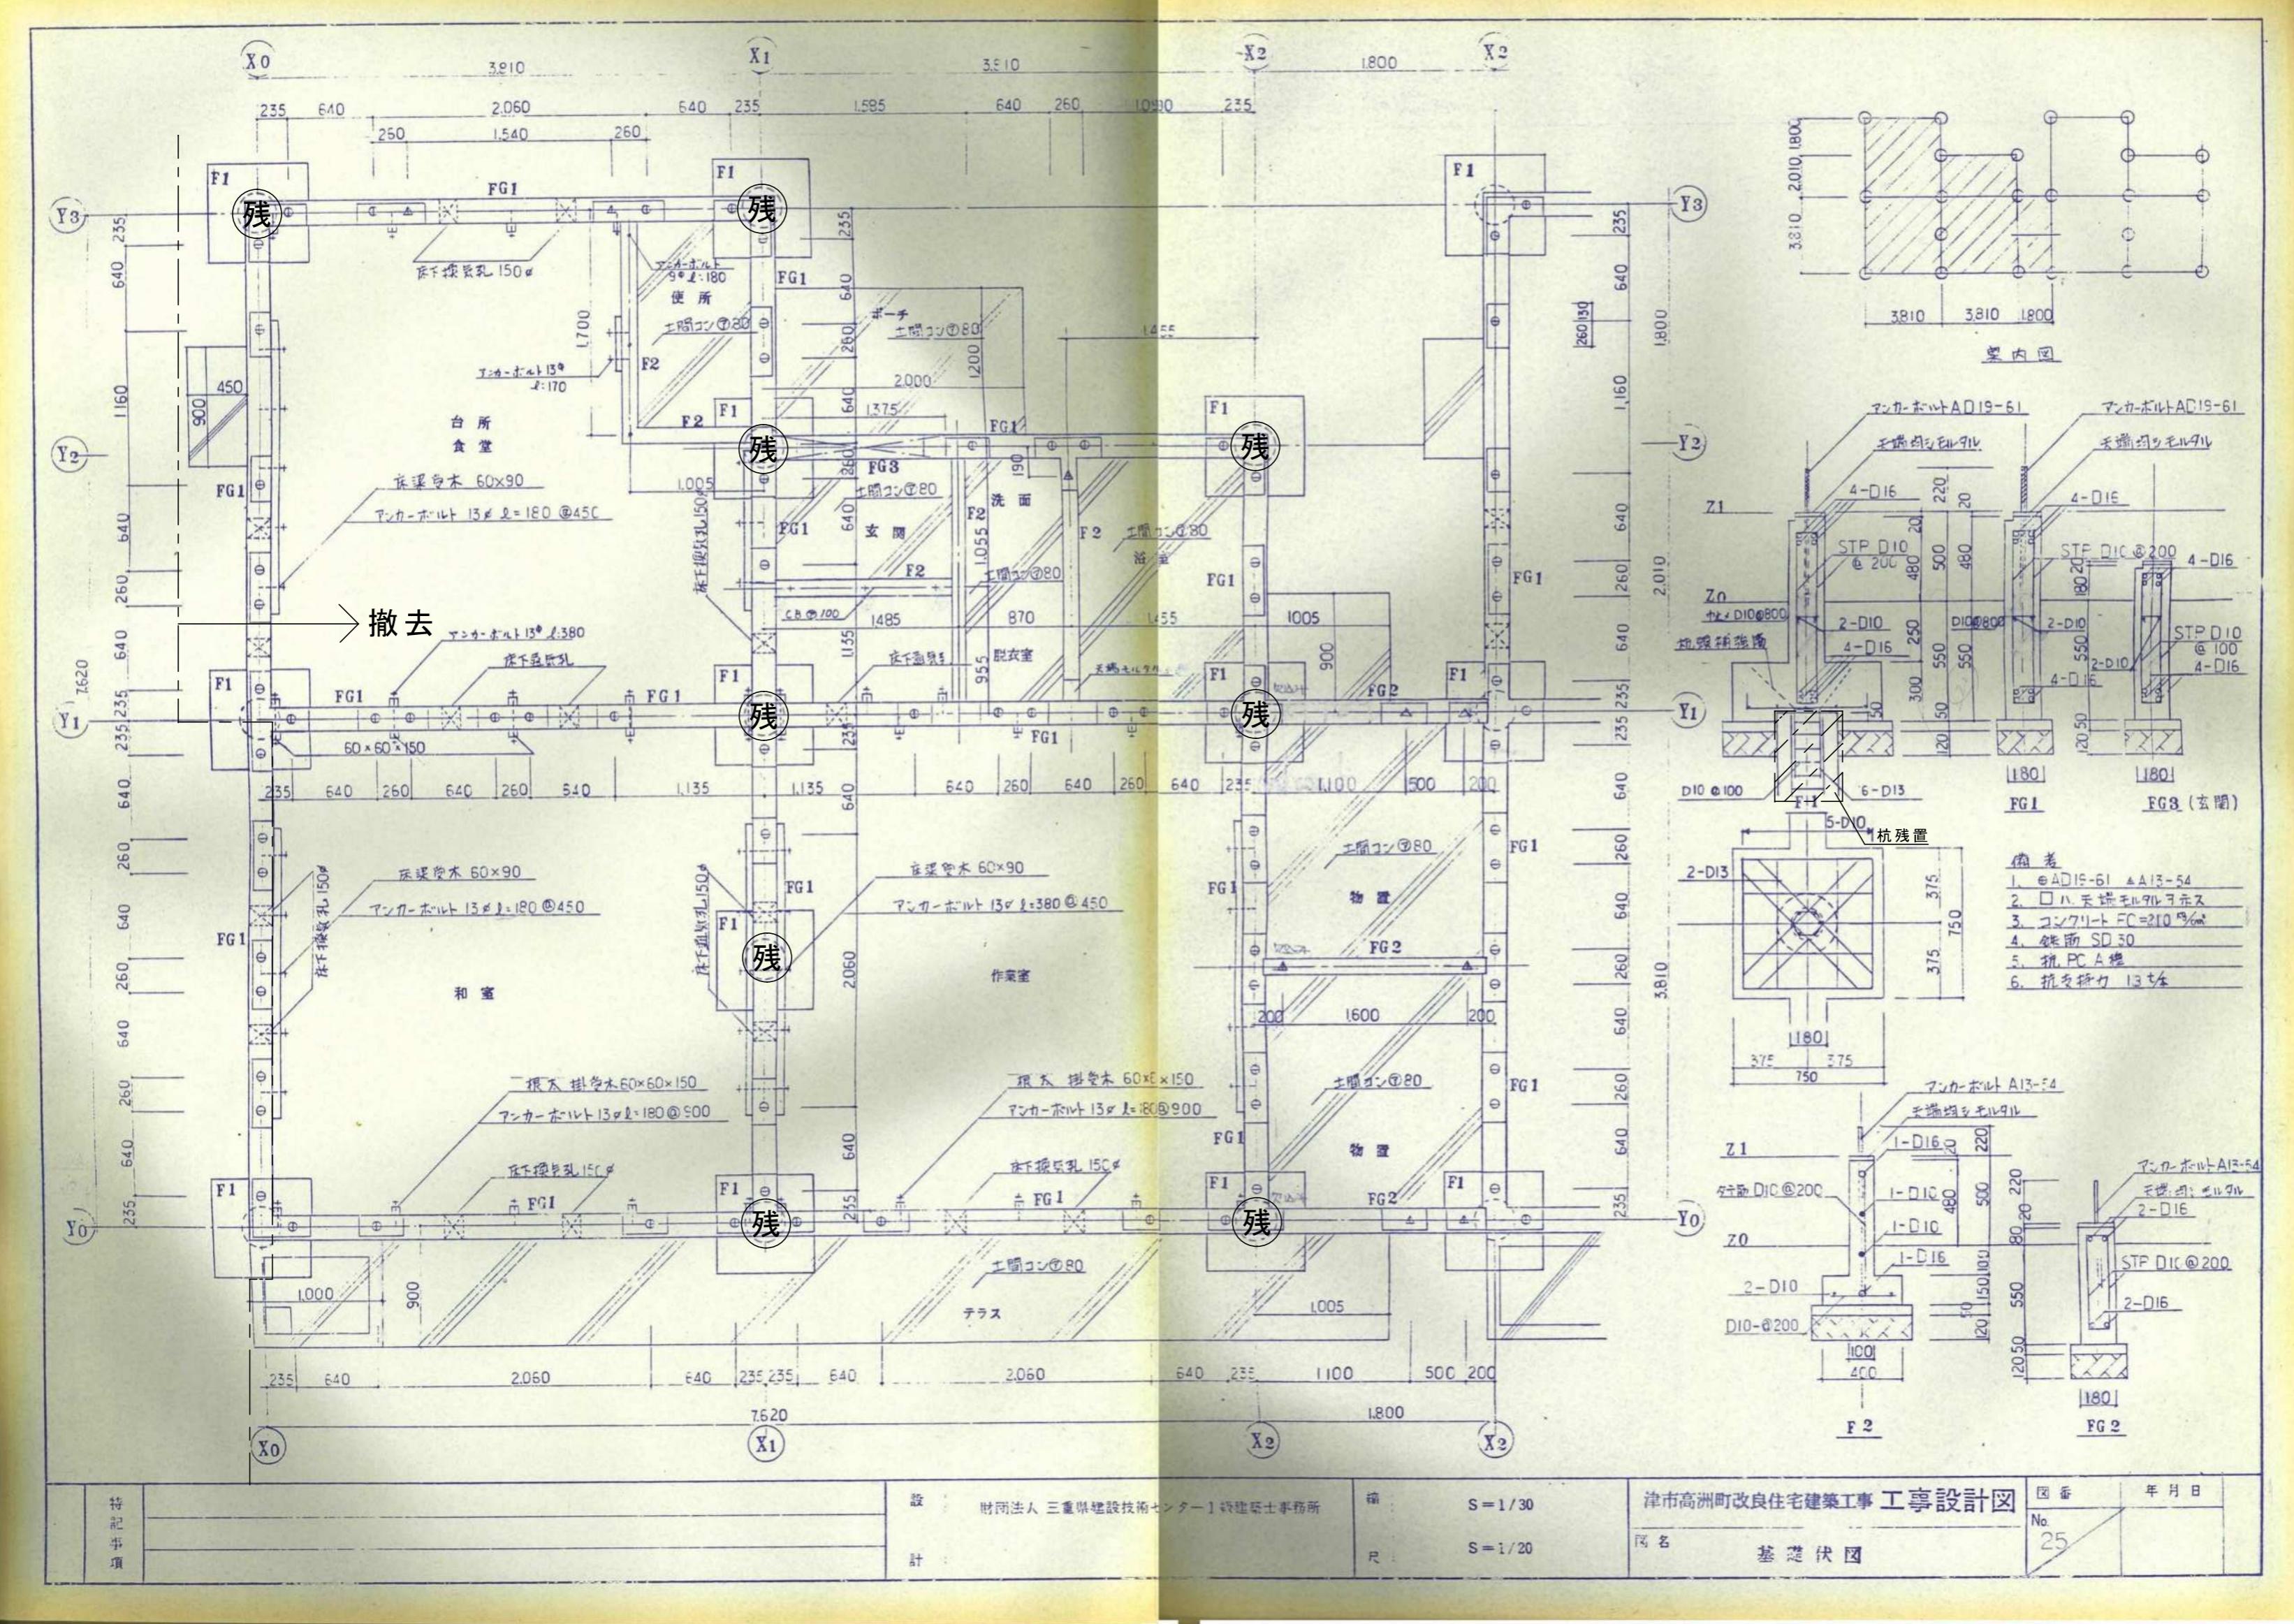


**残**：杭残置部を示す。

※ 杭残地部の位置は、火災側の住戸に読み替えるものとする。


津市市営高洲住宅（14-13）解体工事		縮尺 NS
図面名称	基礎伏図	原図：A2
津市建設部市営住宅課		No. 12/21

参考図

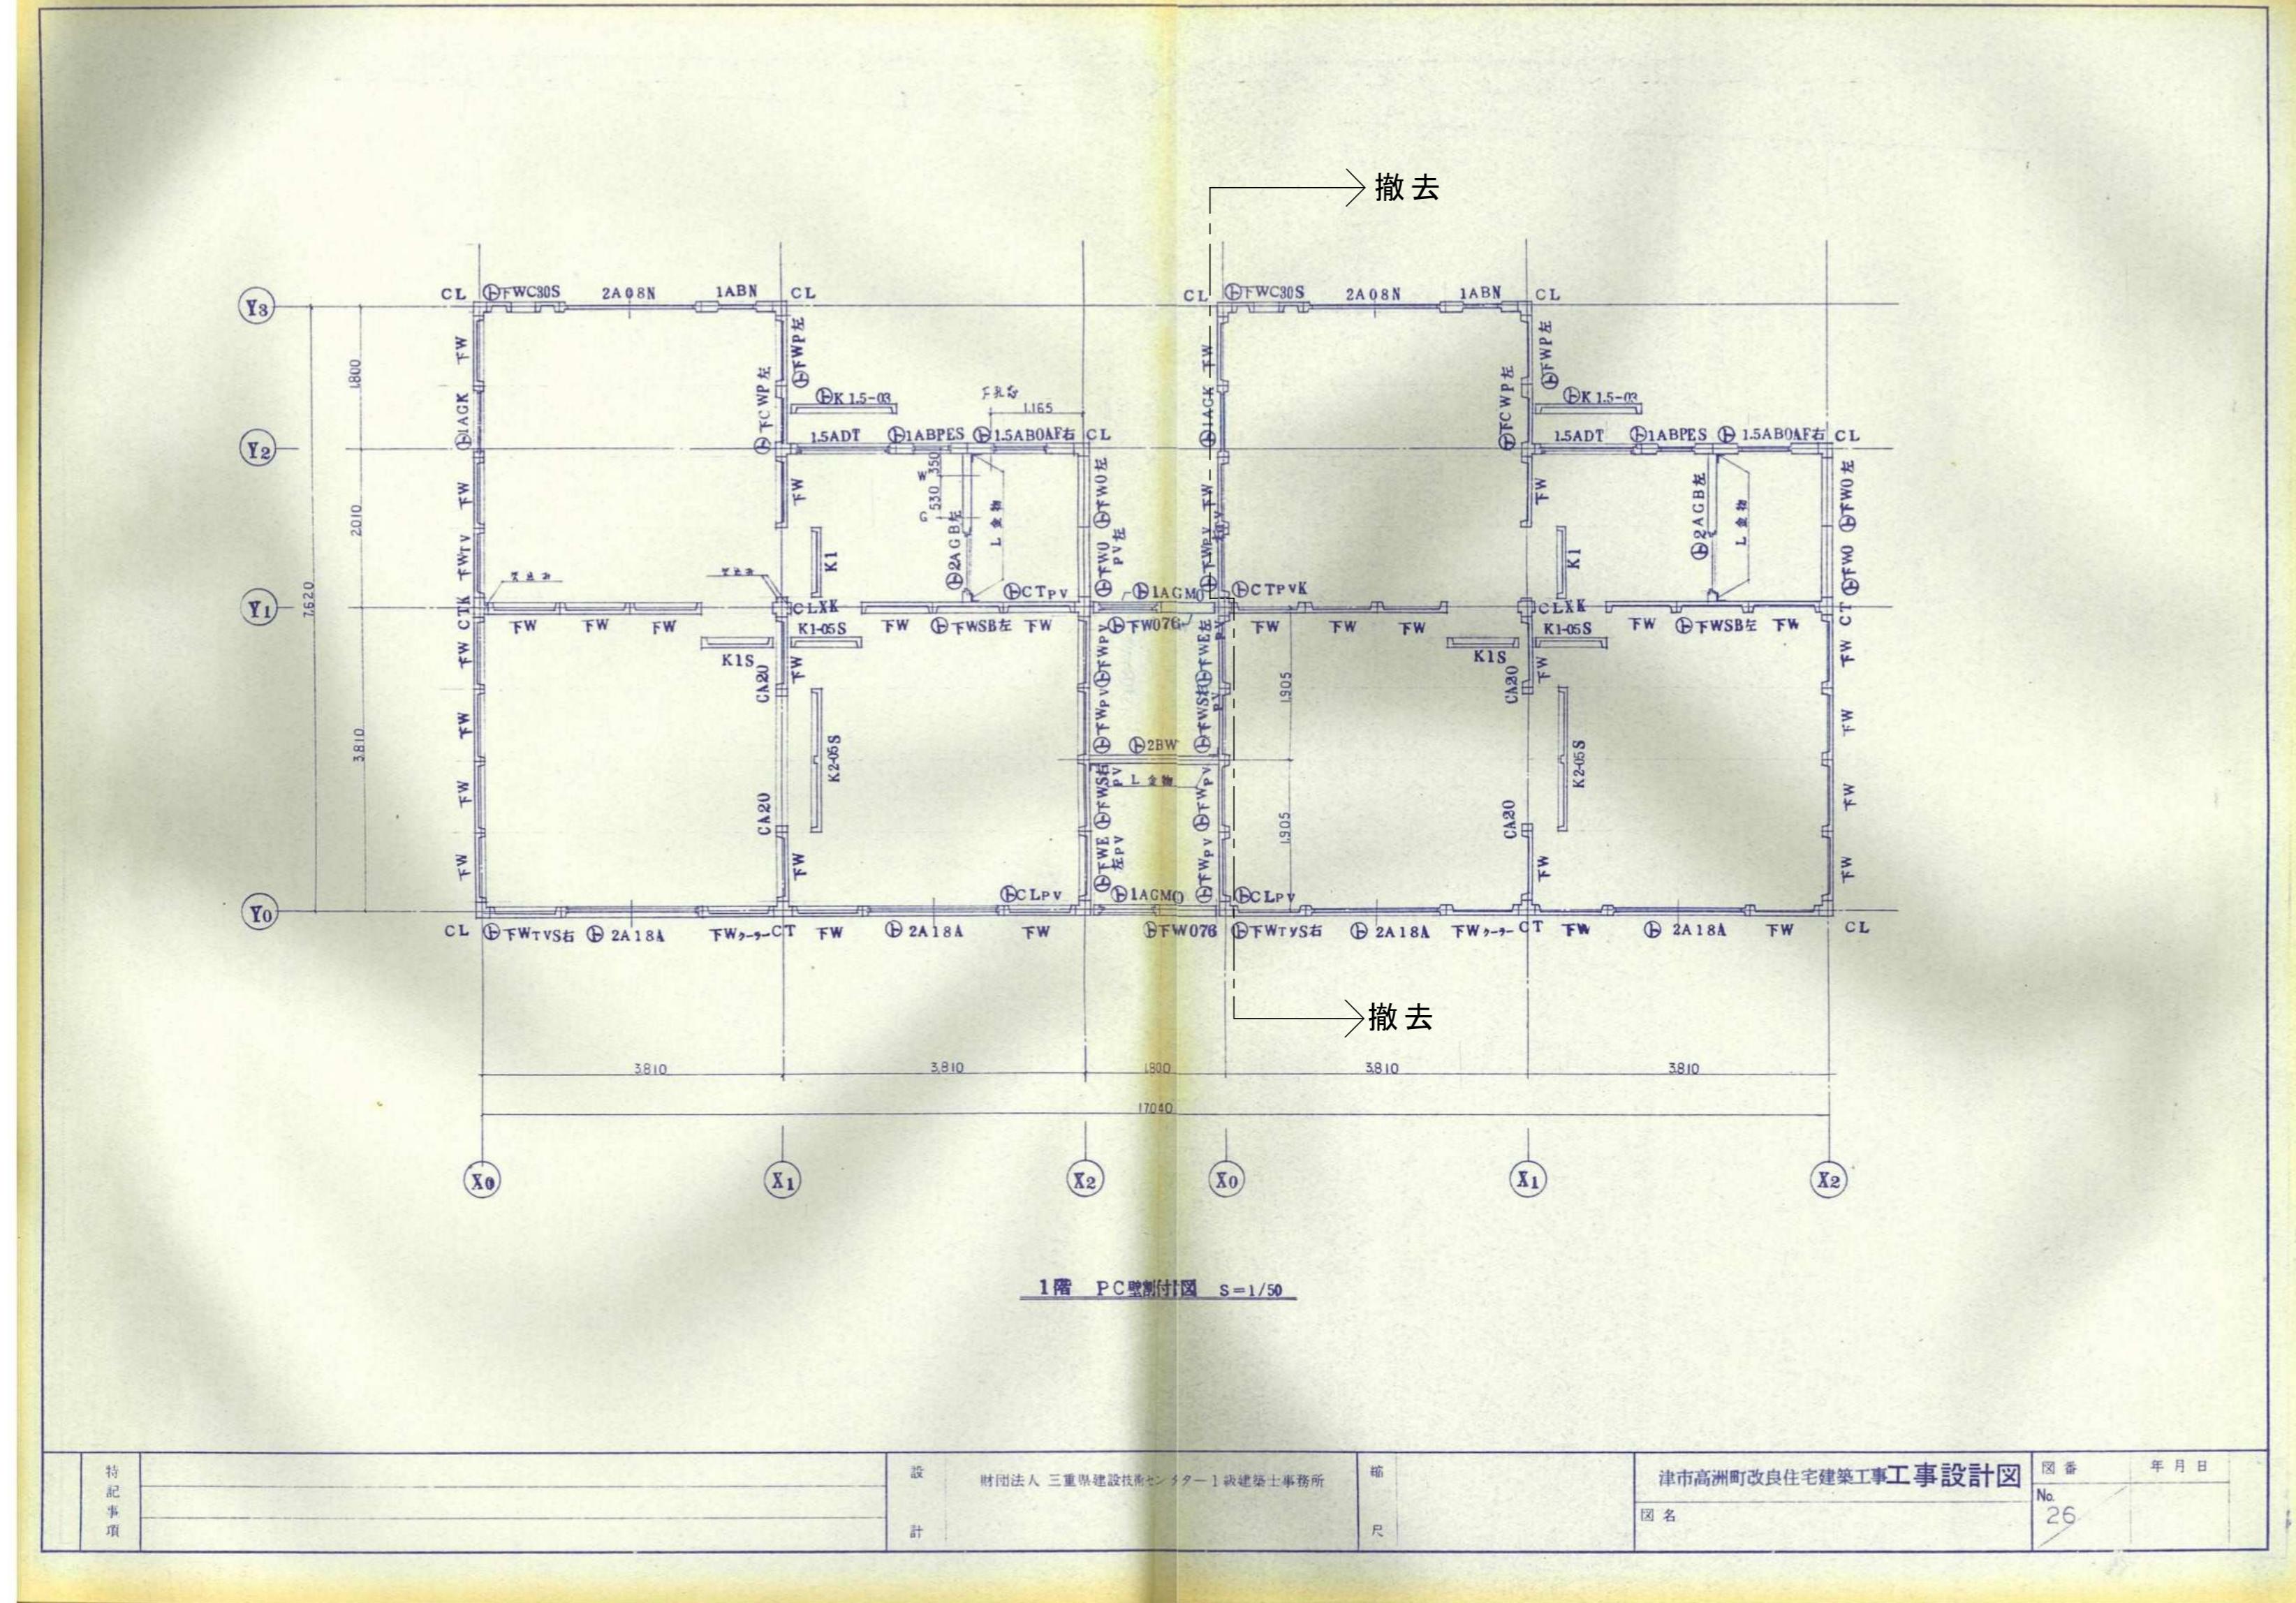


津市市営高洲住宅(14-13)解体工事		縮尺 NS
図面名称	1階PC壁割付図	原図:A2
津市建設部市営住宅課		No. 13/21

参考図

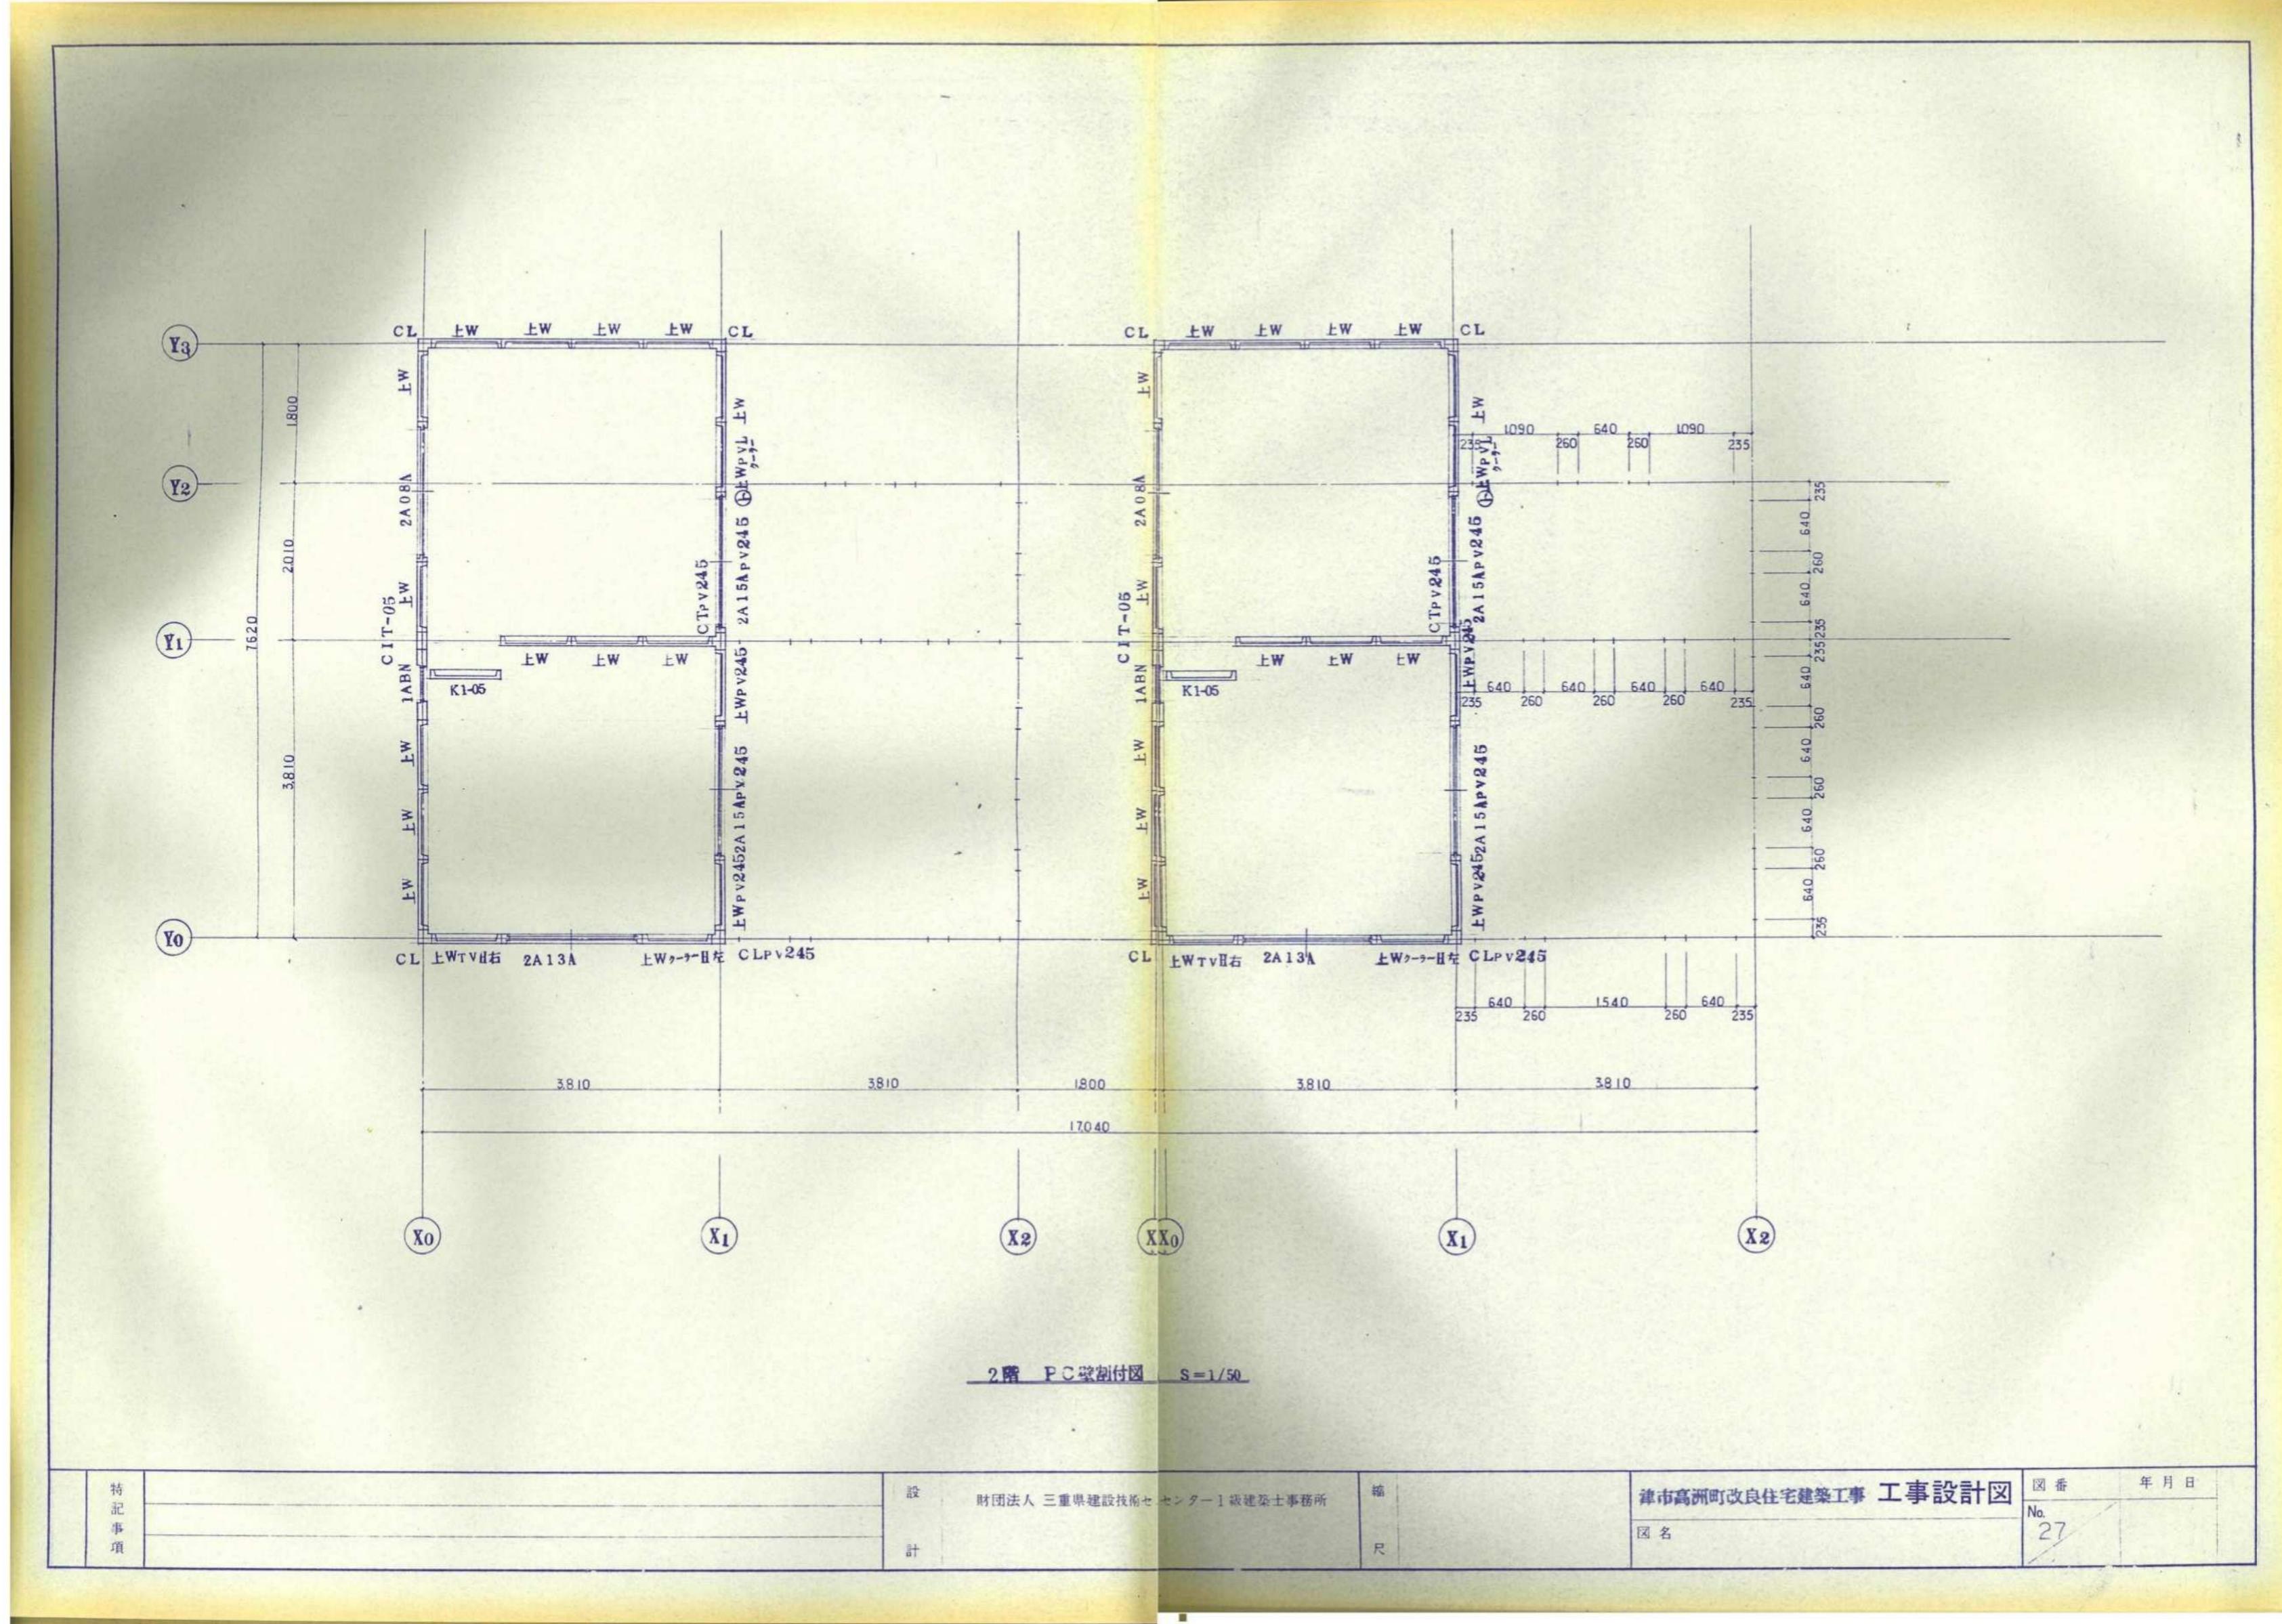


津市市営高洲住宅(14-13)解体工事		縮尺 NS
図面名称 2階PC壁割付図		原図:A2
津市建設部市営住宅課		No. 14/21

参考図

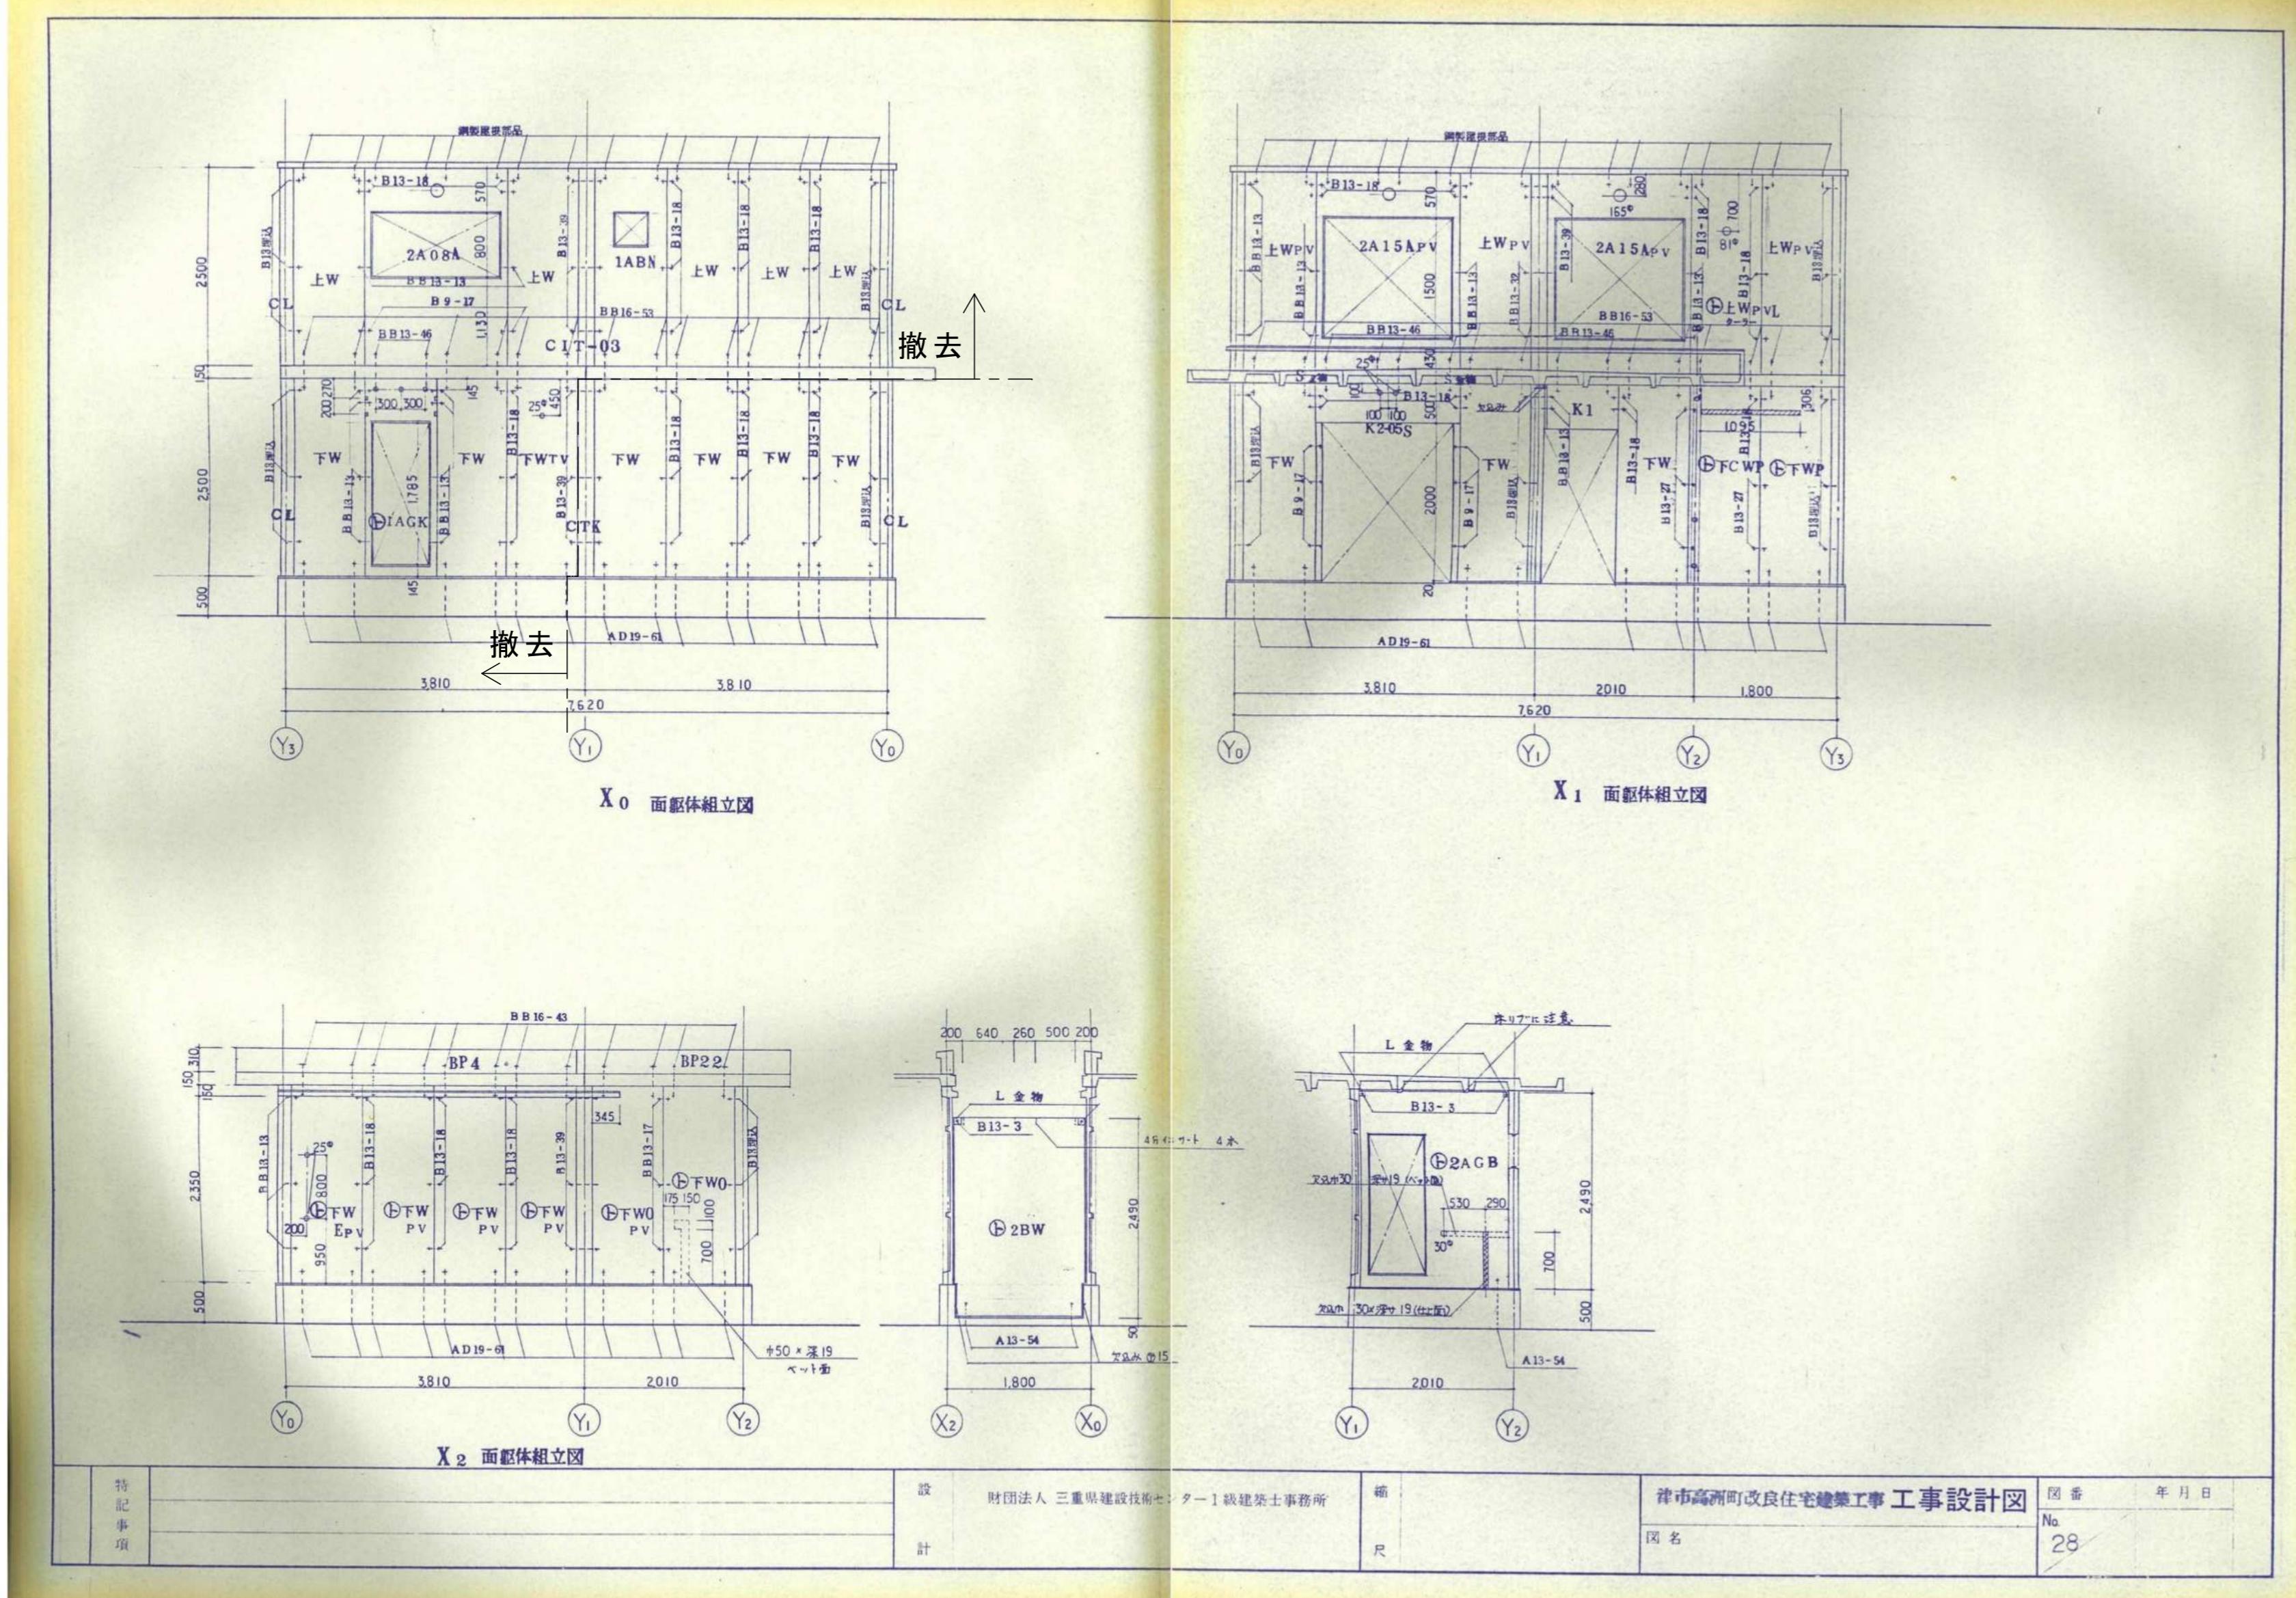


津市市営高洲住宅(14-13)解体工事	縮尺
	NS
図面名称	原図:A2
各面板体組立図(1)	
津市建設部市営住宅課	No. 15/21

参考図

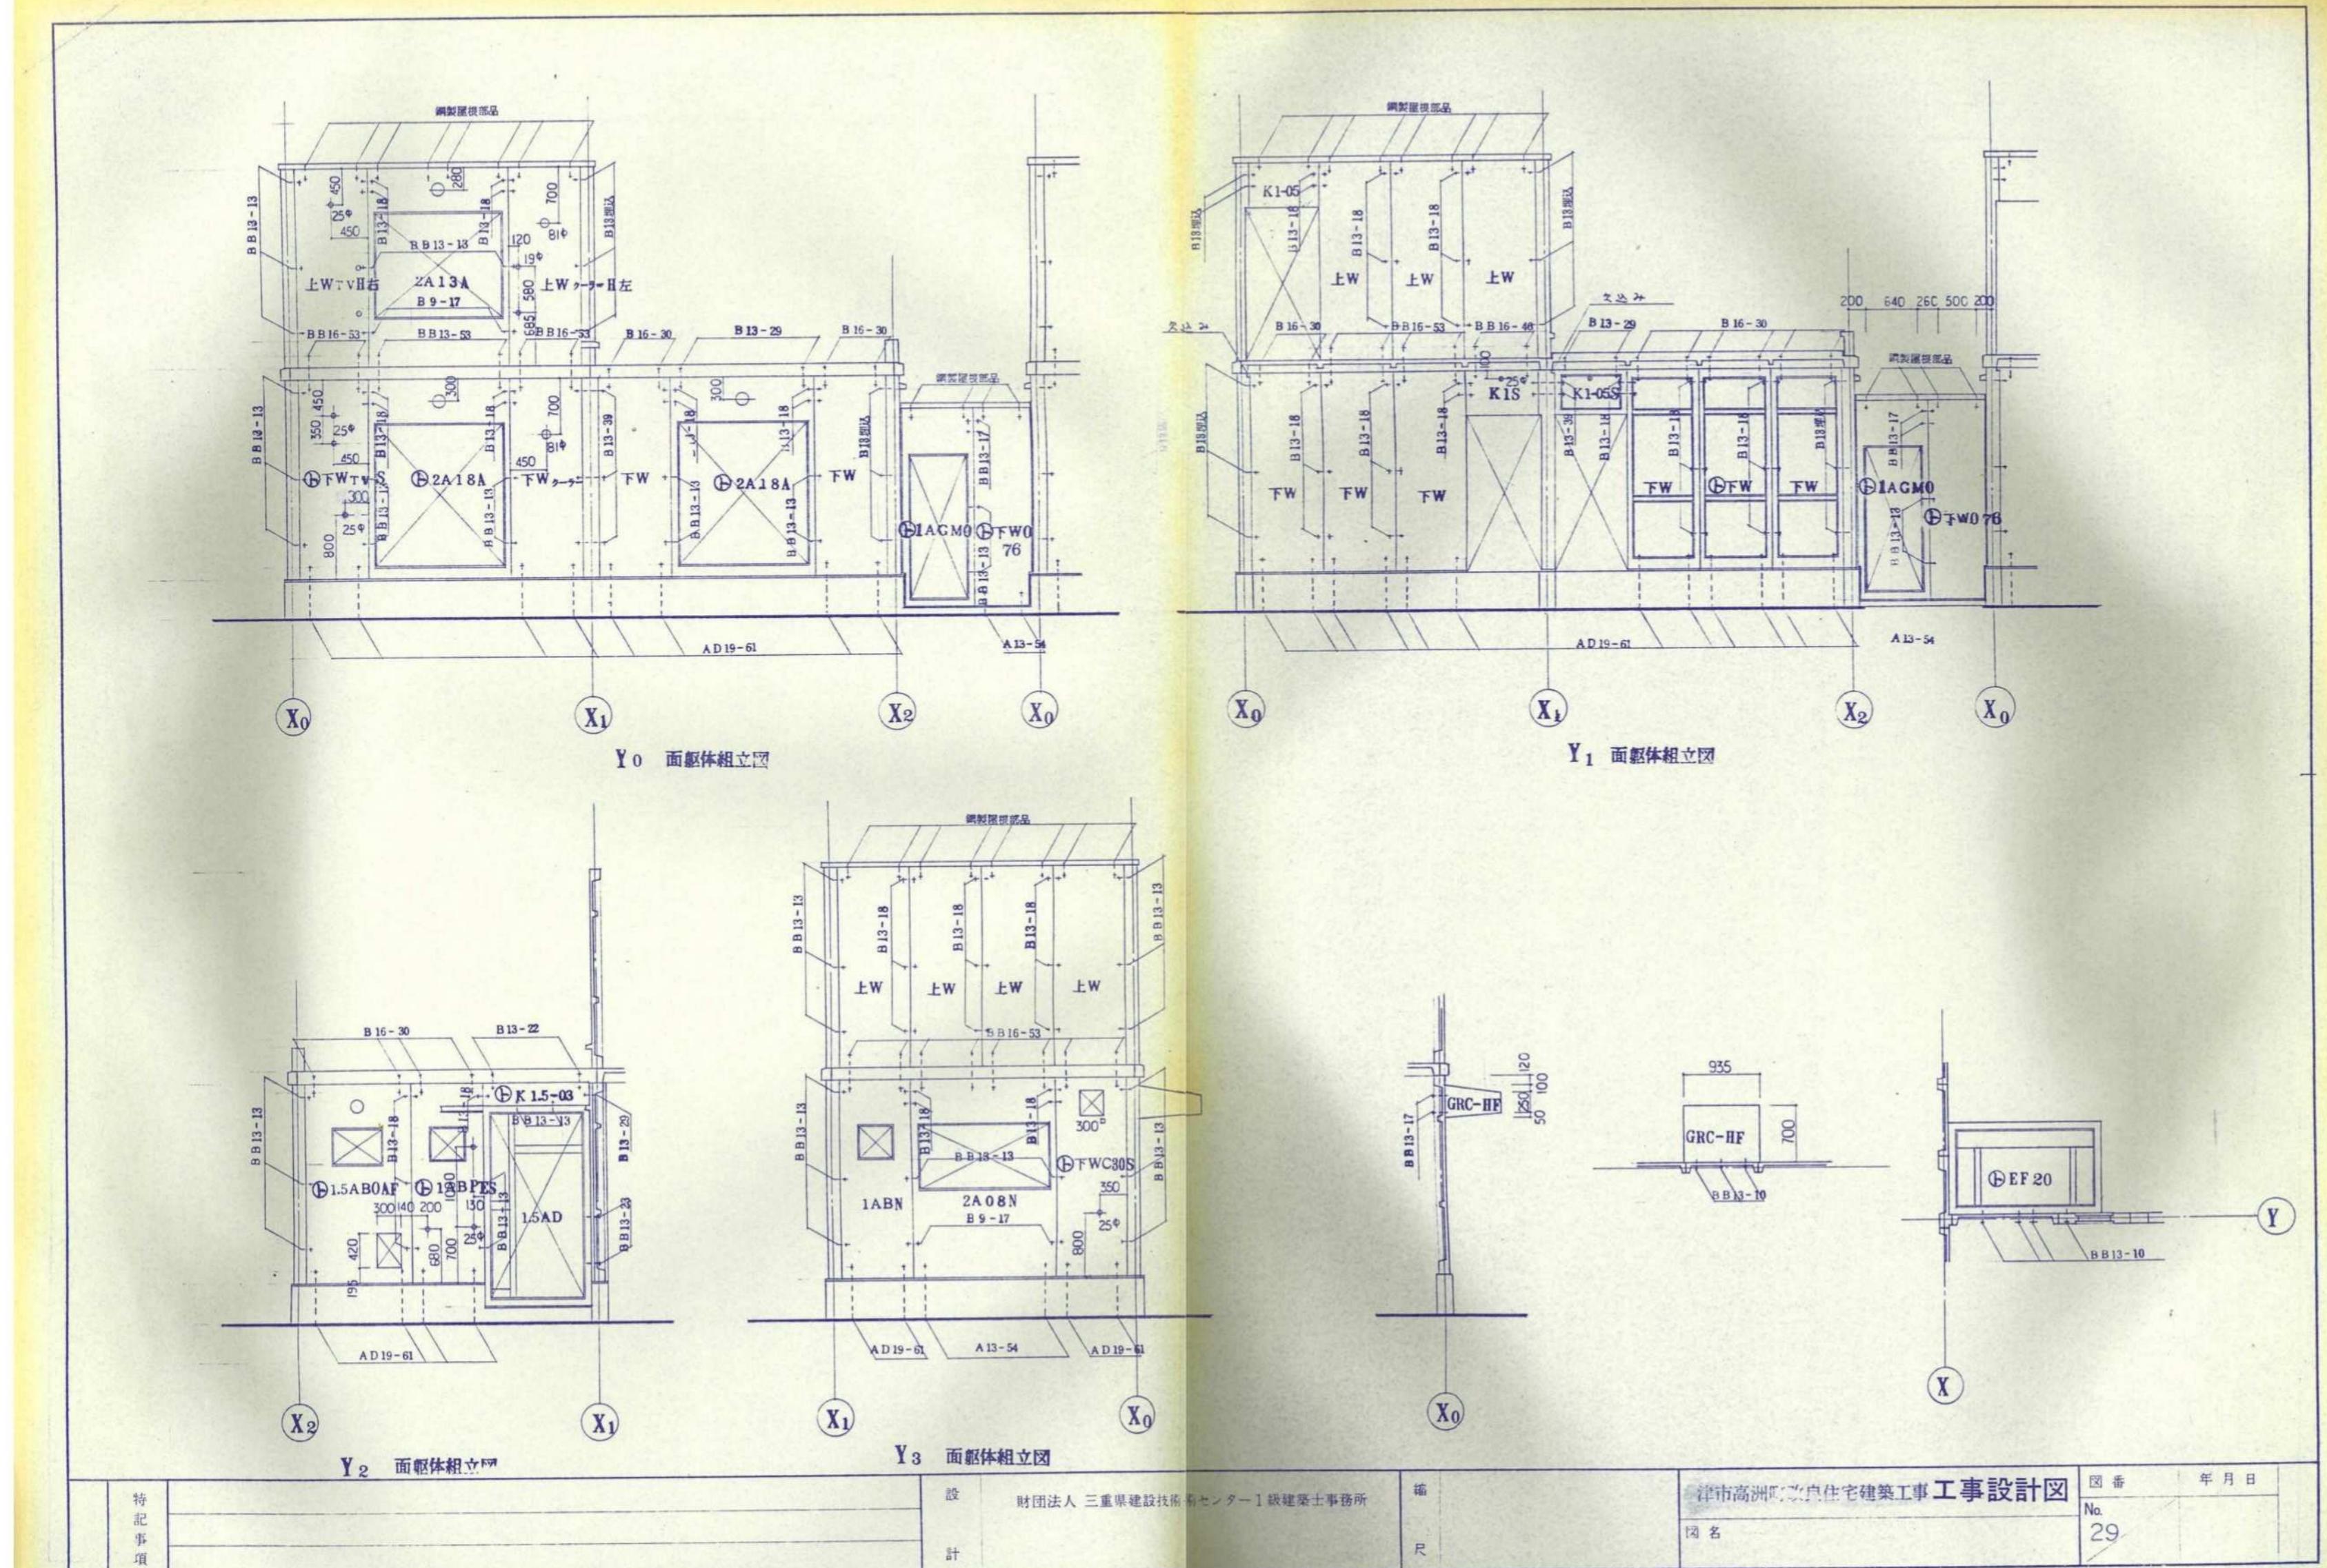


津市市営高洲住宅(14-13)解体工事		縮尺 NS
図面名称	各面躯体組立図(2)	原図:A2
津市建設部市営住宅課		No. 16/21

参考図

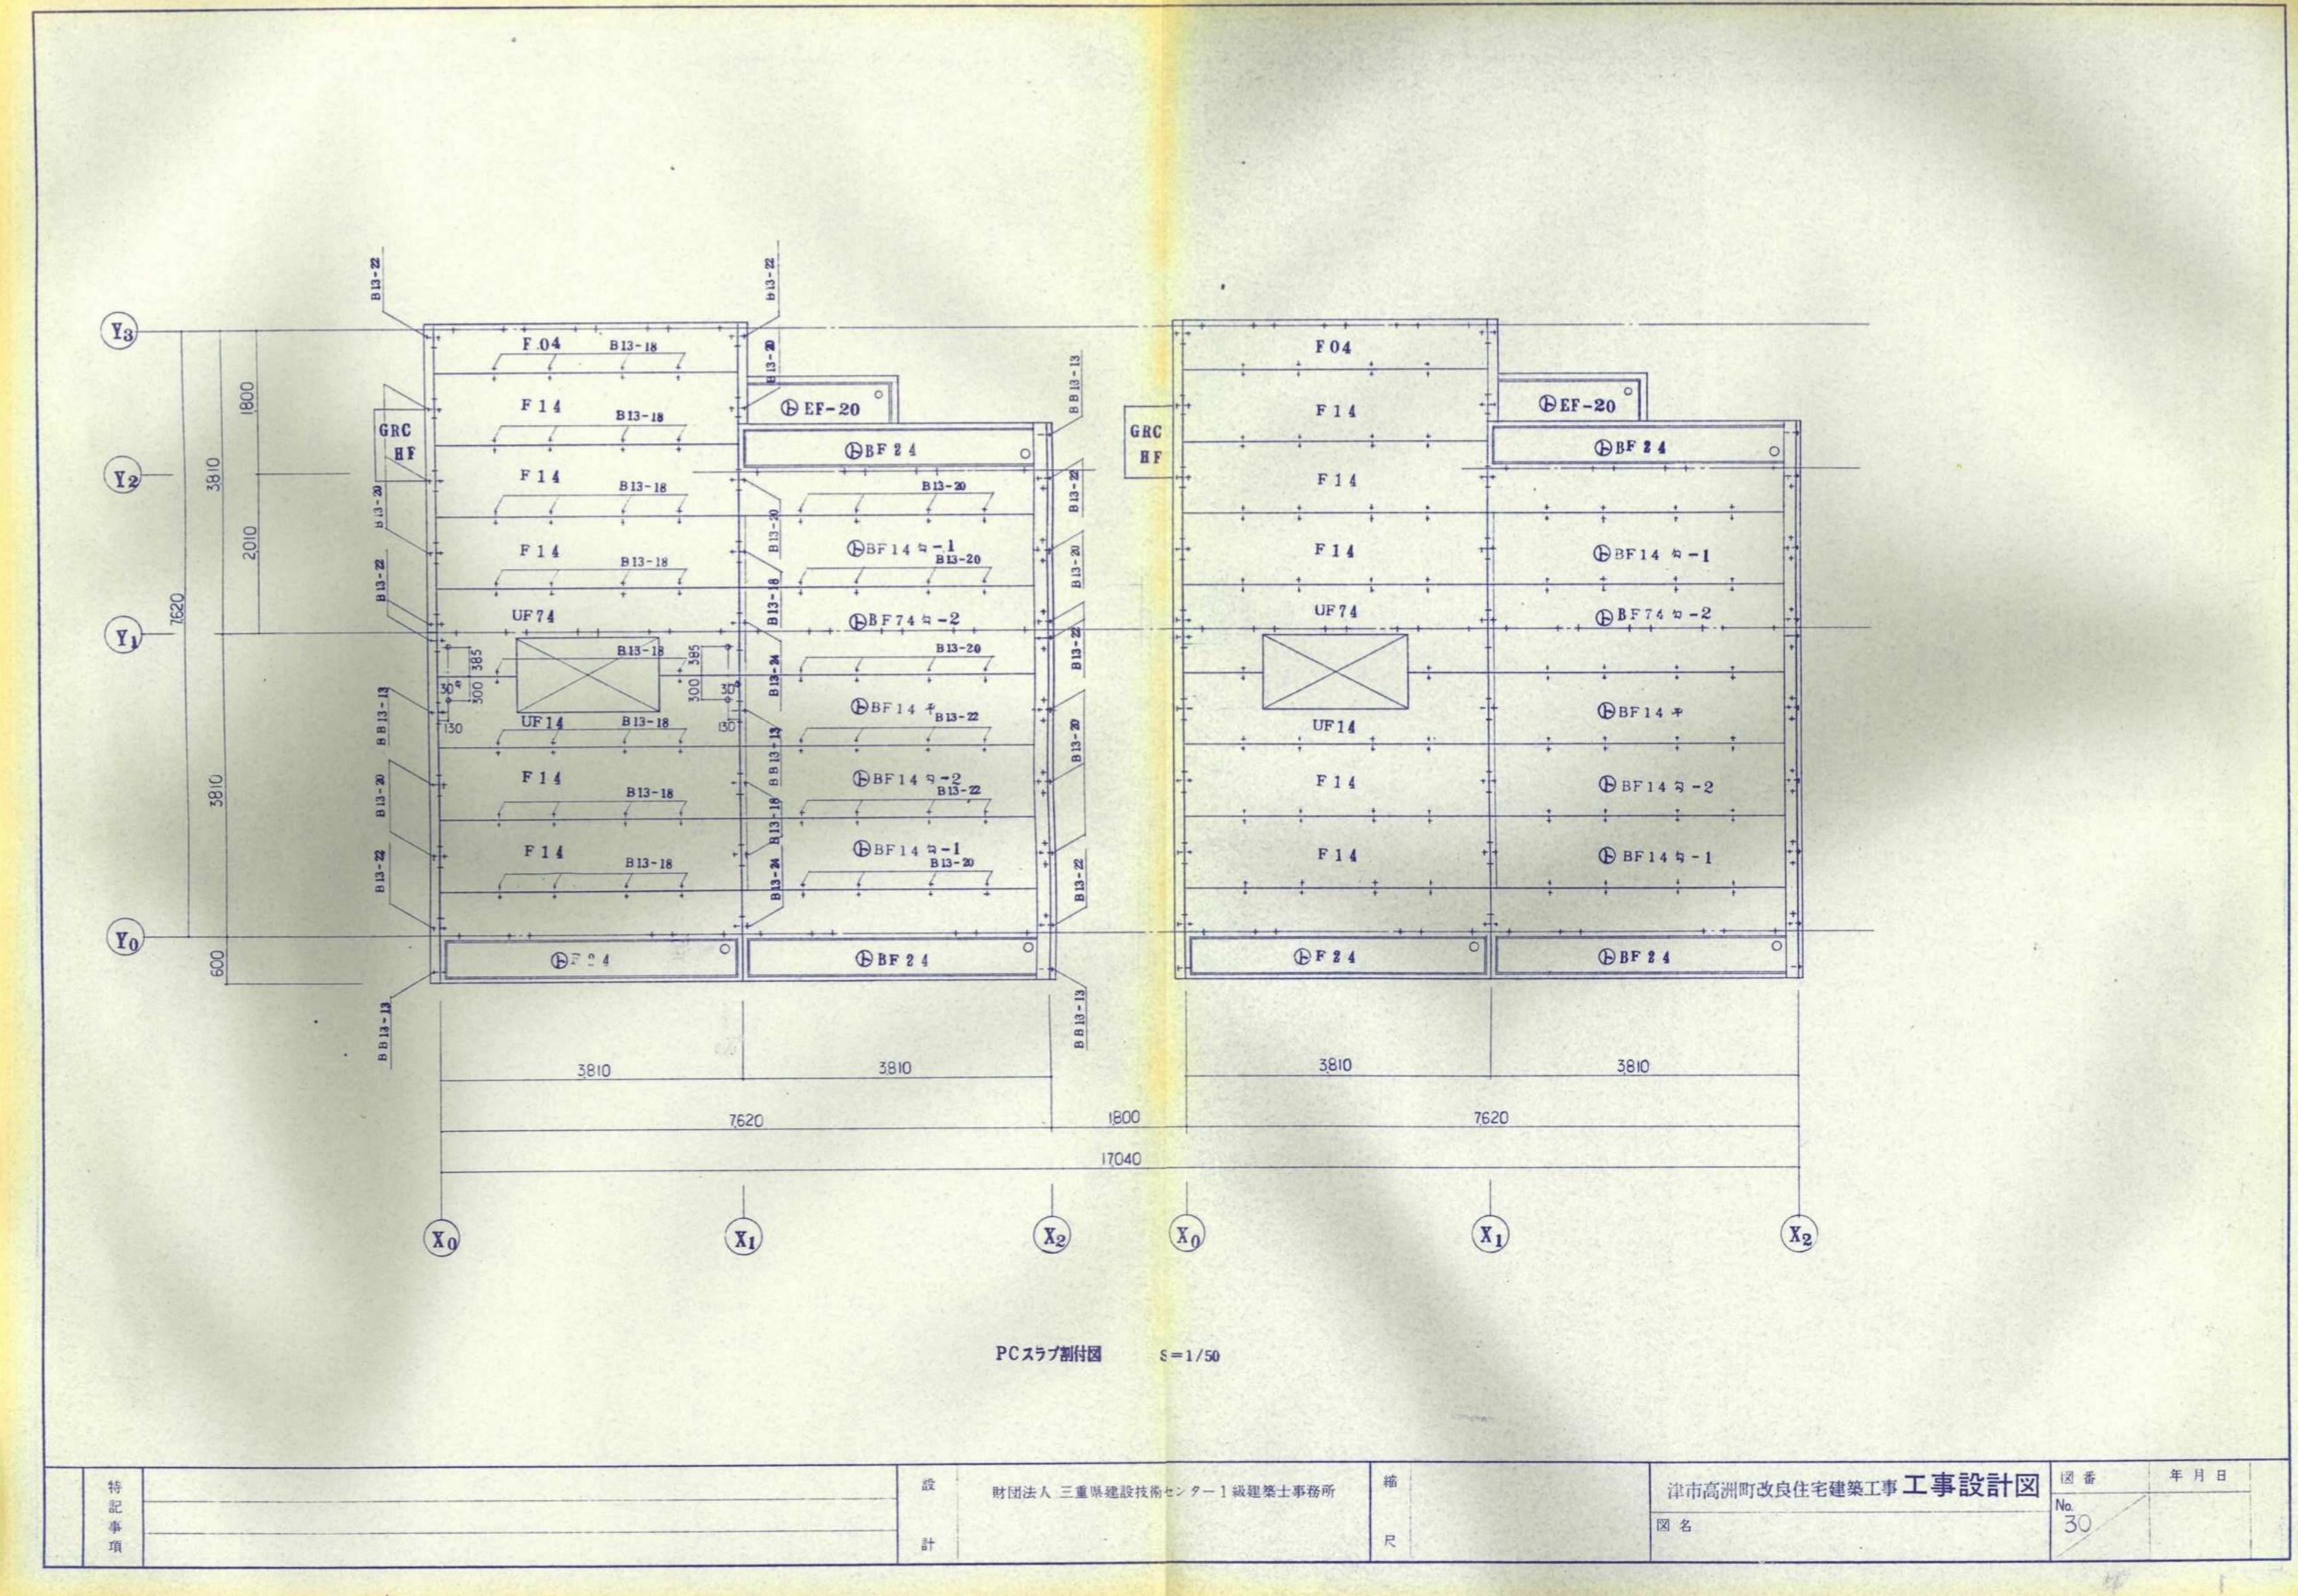


津市市営高洲住宅(14-13)解体工事		縮尺 NS
図面名称 PCスラブ割付図		原図:A2
津市建設部市営住宅課		No. 17/21

参考図

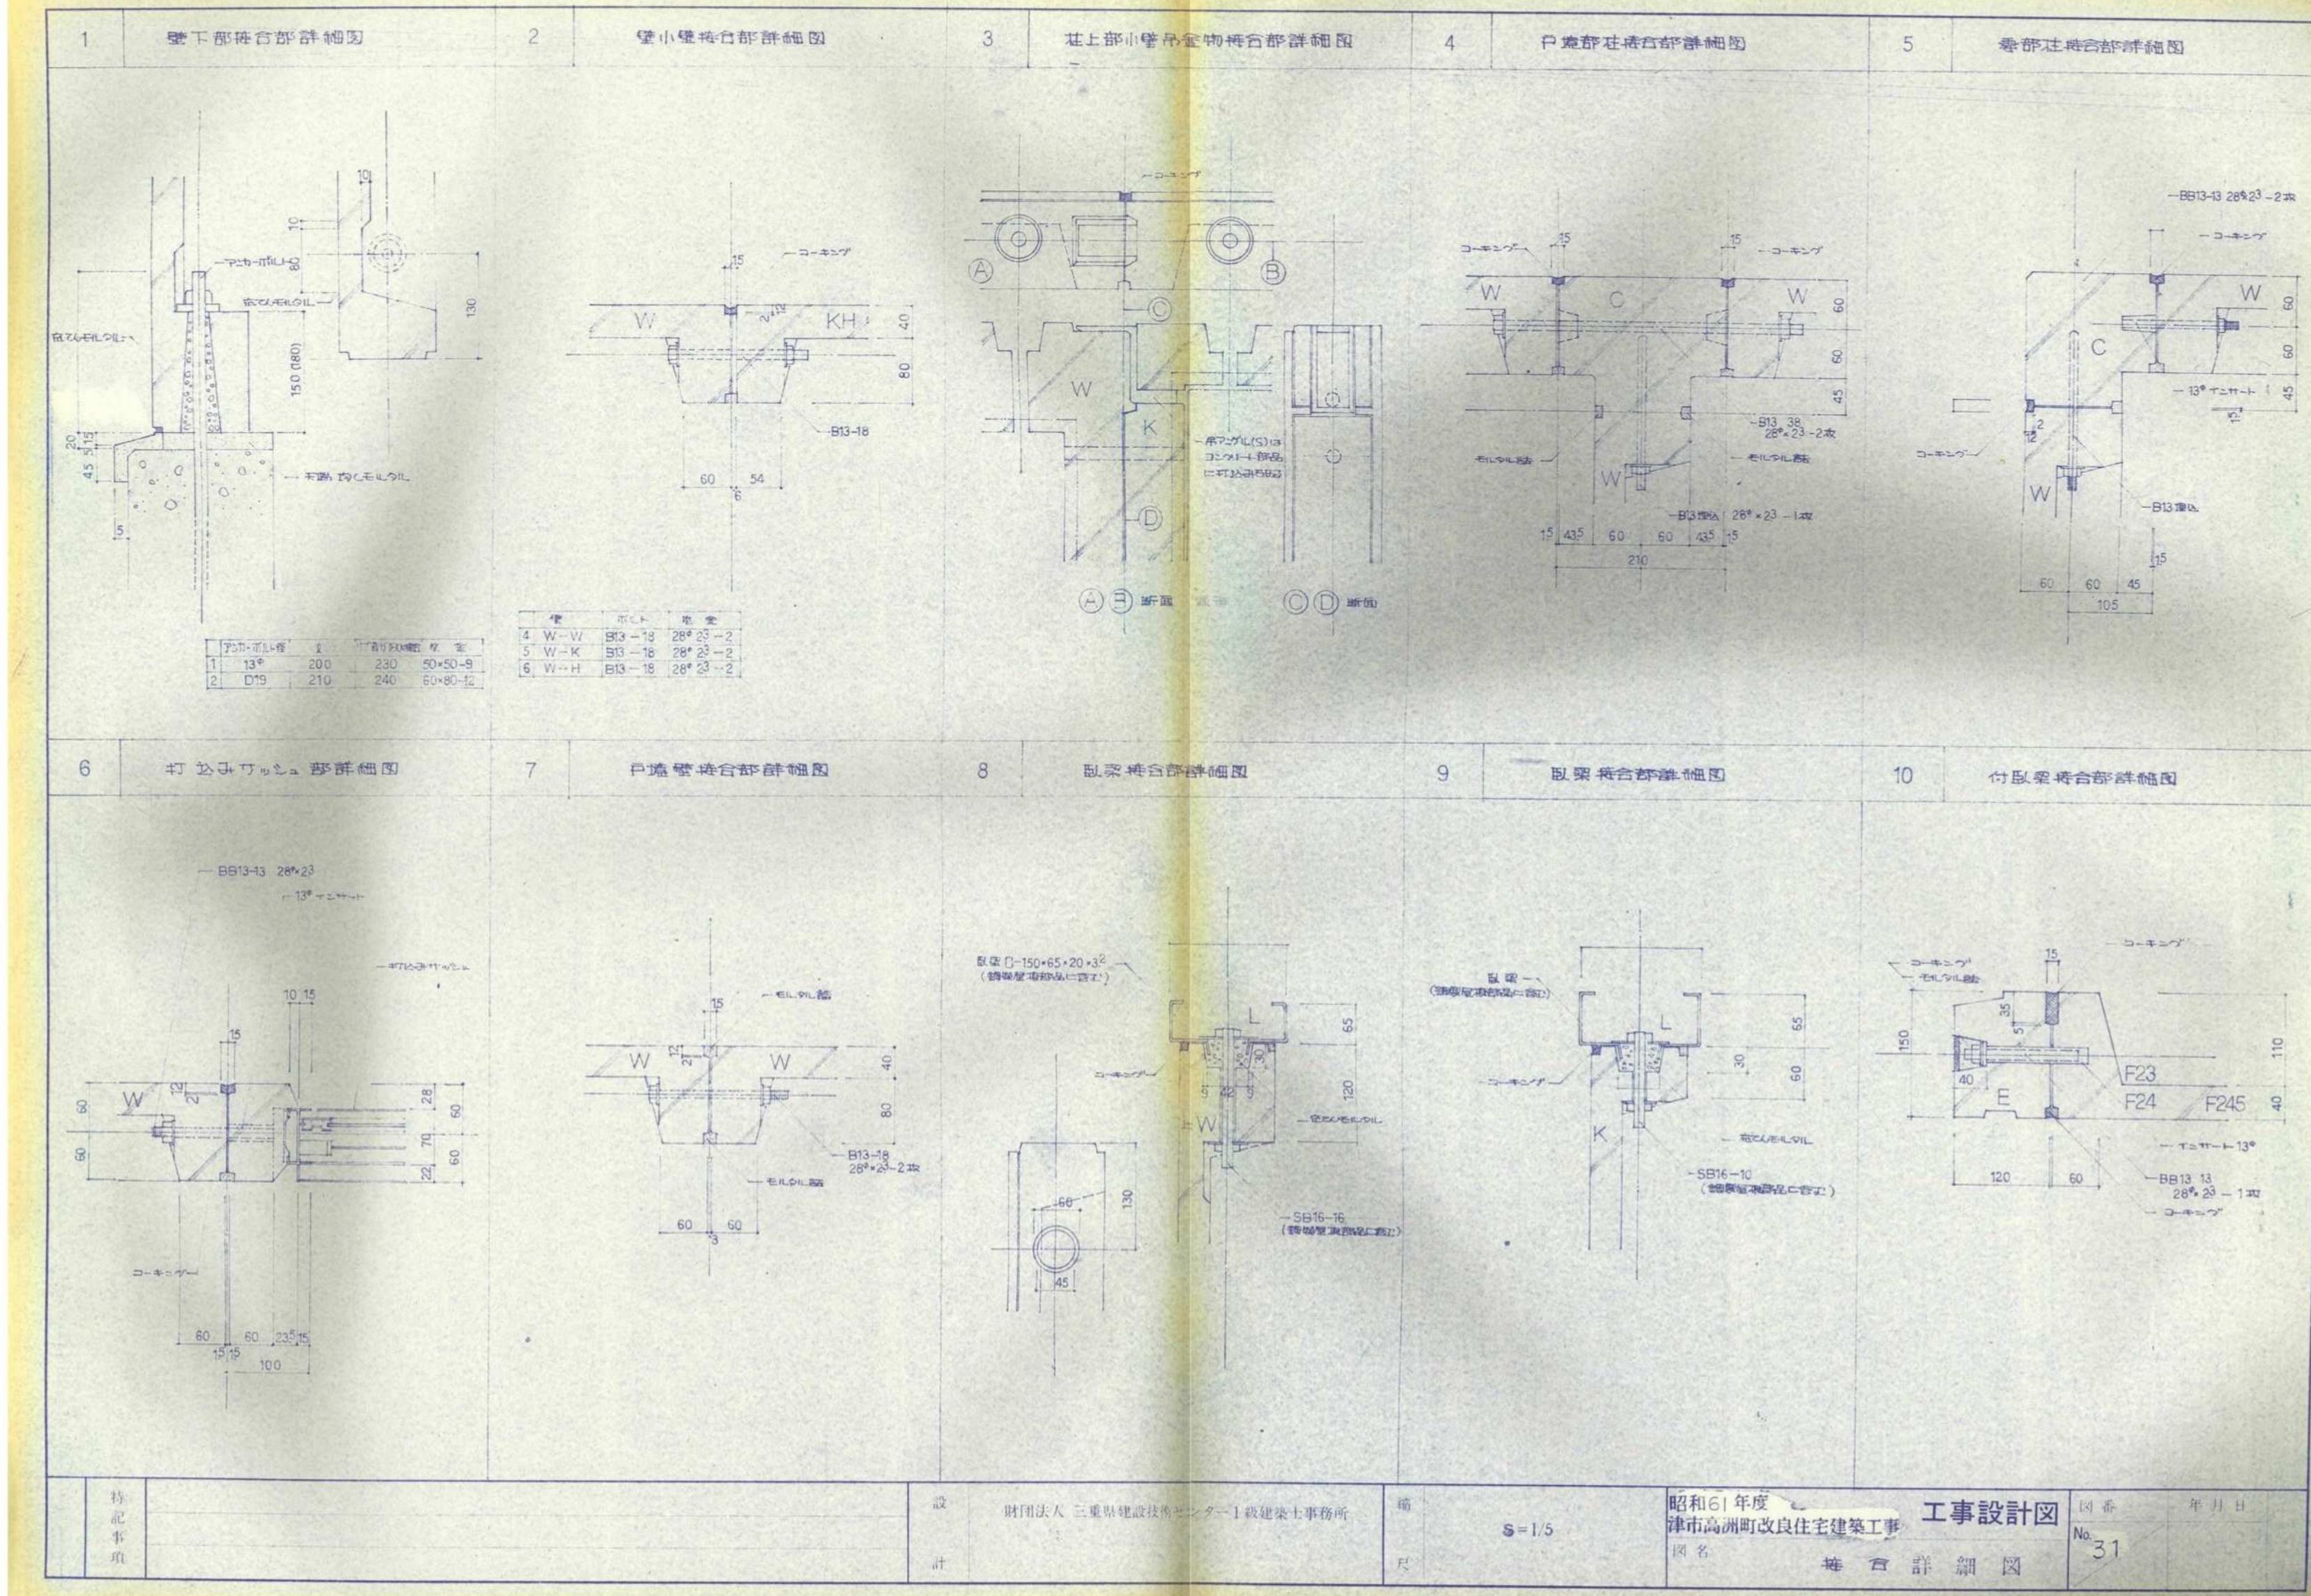

津市市営高洲住宅(14-13)解体工事		縮尺 NS
図面名称 PC接合詳細図(1)		原図:A2
津市建設部市営住宅課		No. 18/21


参考図

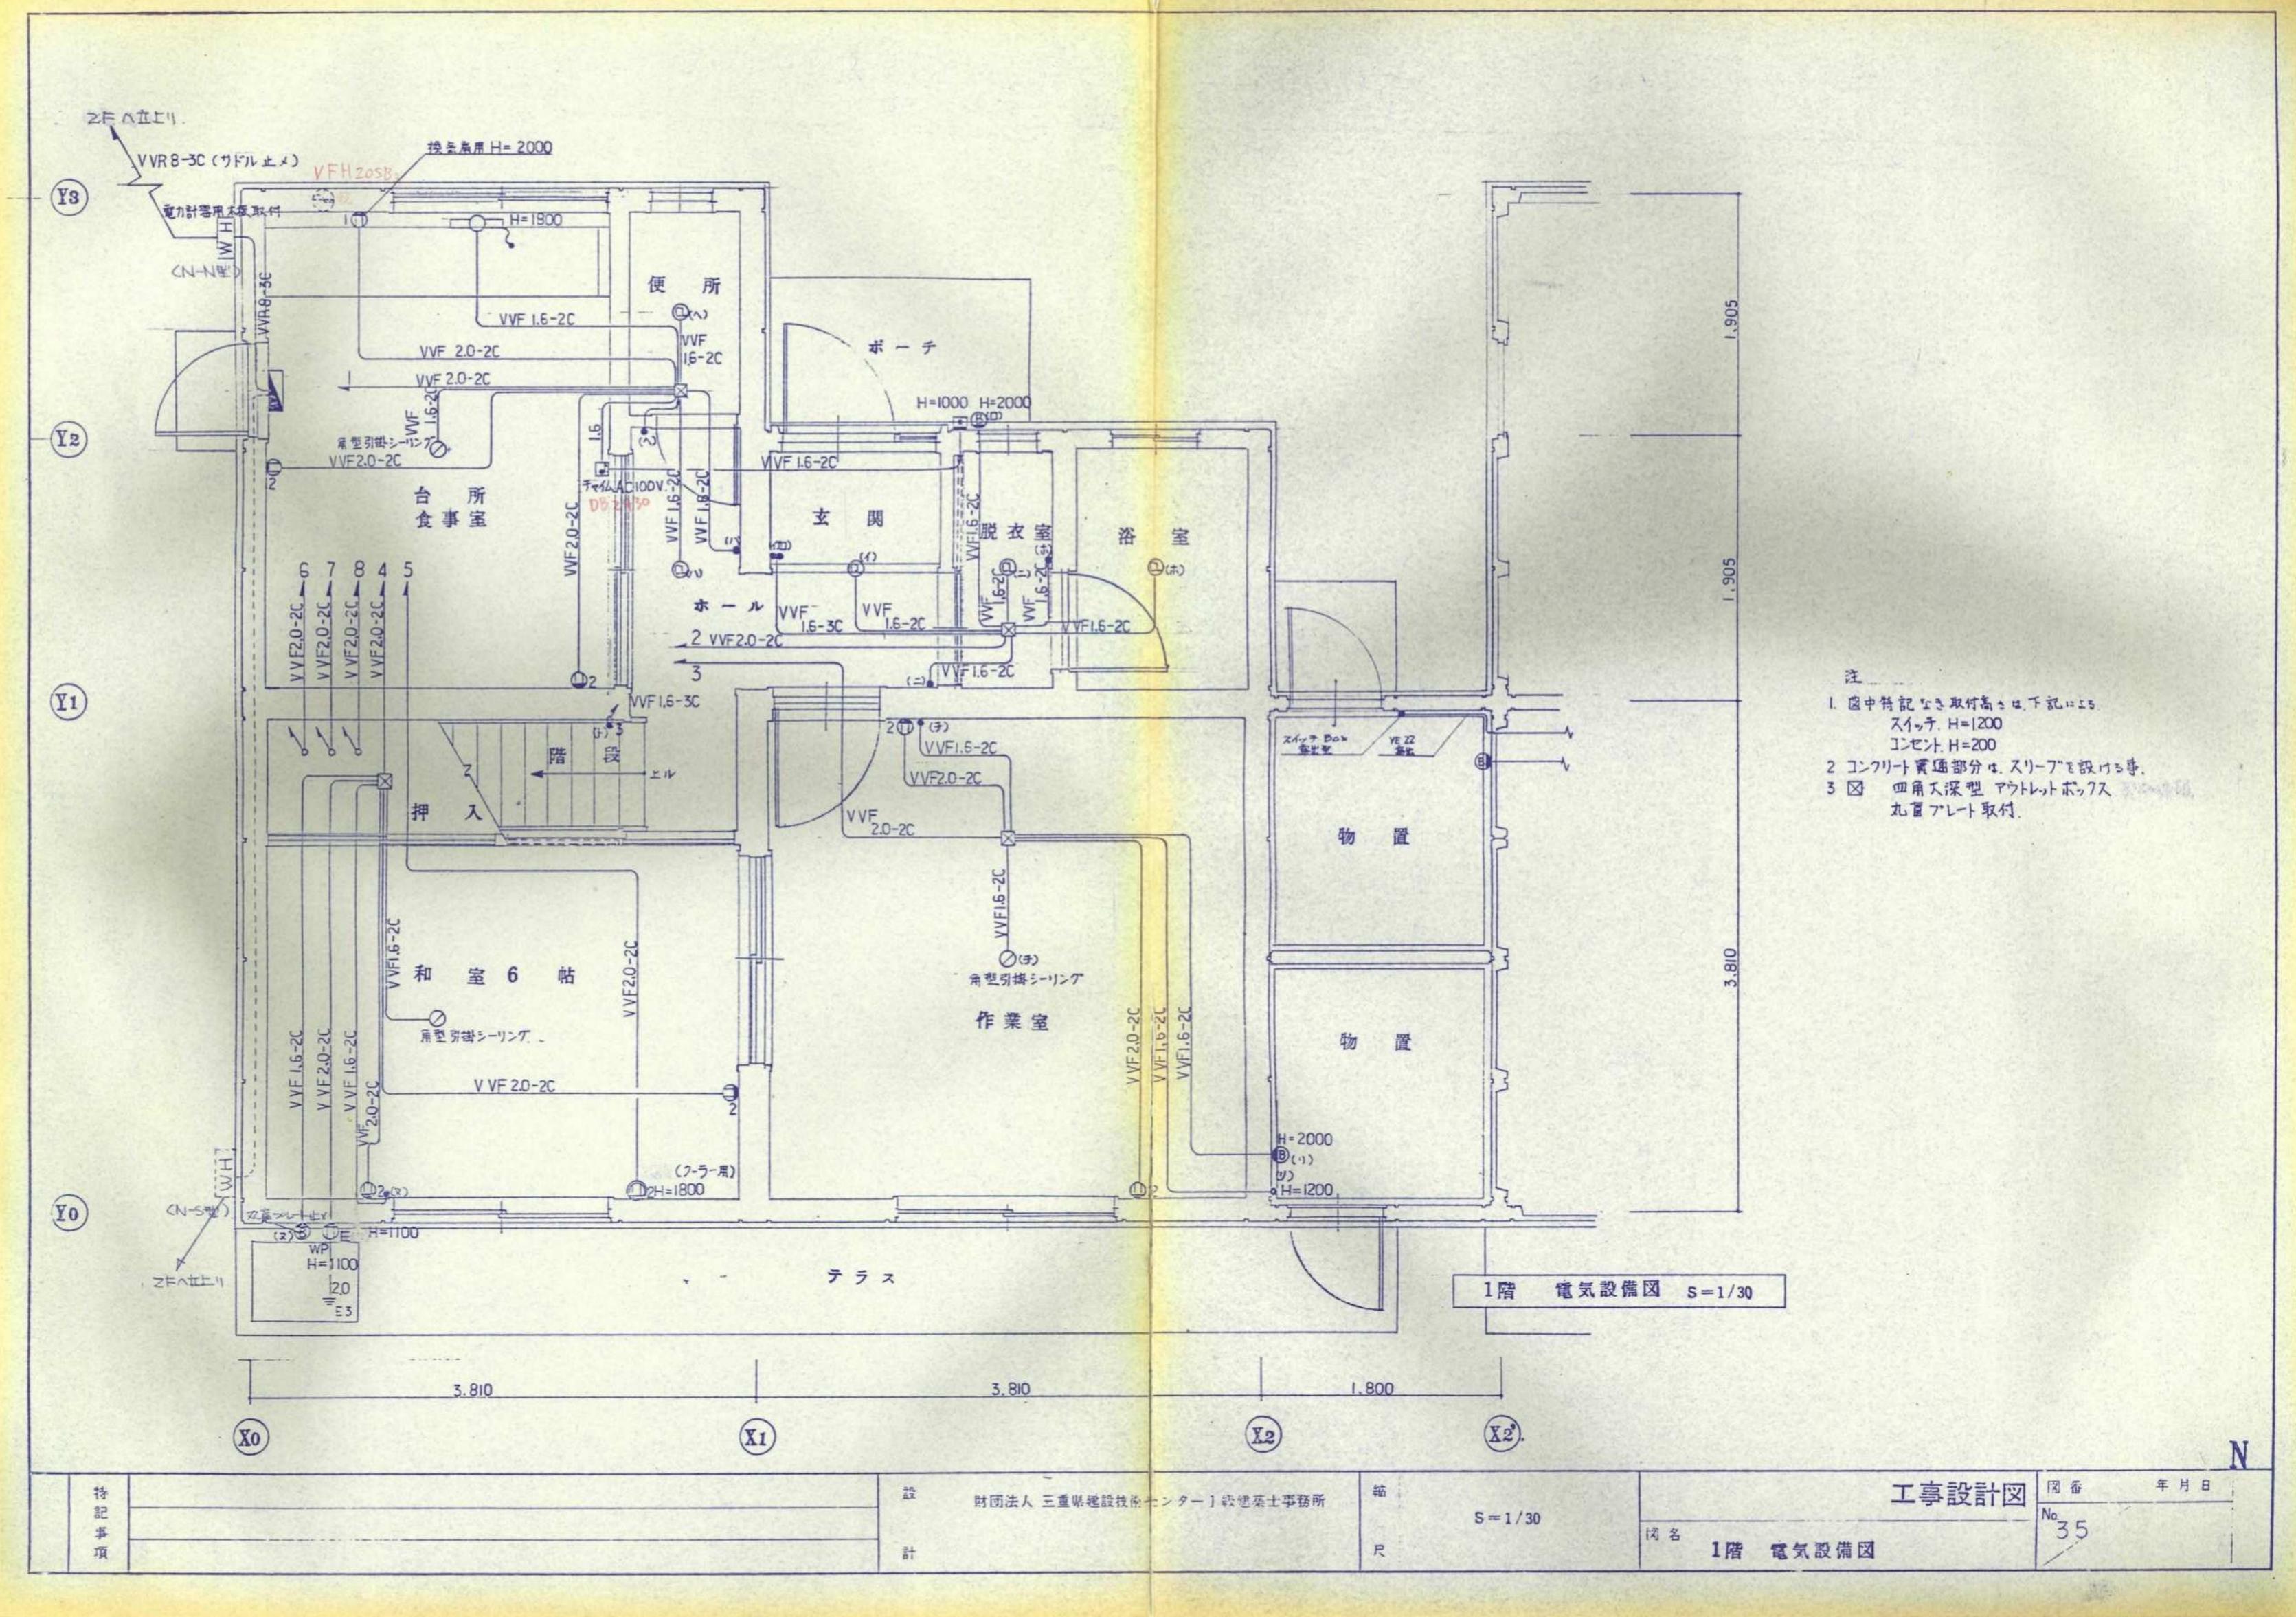

※ 配管・配線は可能な限り分別し処分すること  
照明器具については、全て撤去済

津市市営高洲住宅(14-13)解体工事		縮尺 NS
図面名称	1階電気設備図	原図:A2
津市建設部市営住宅課		No. 19/21

参考図

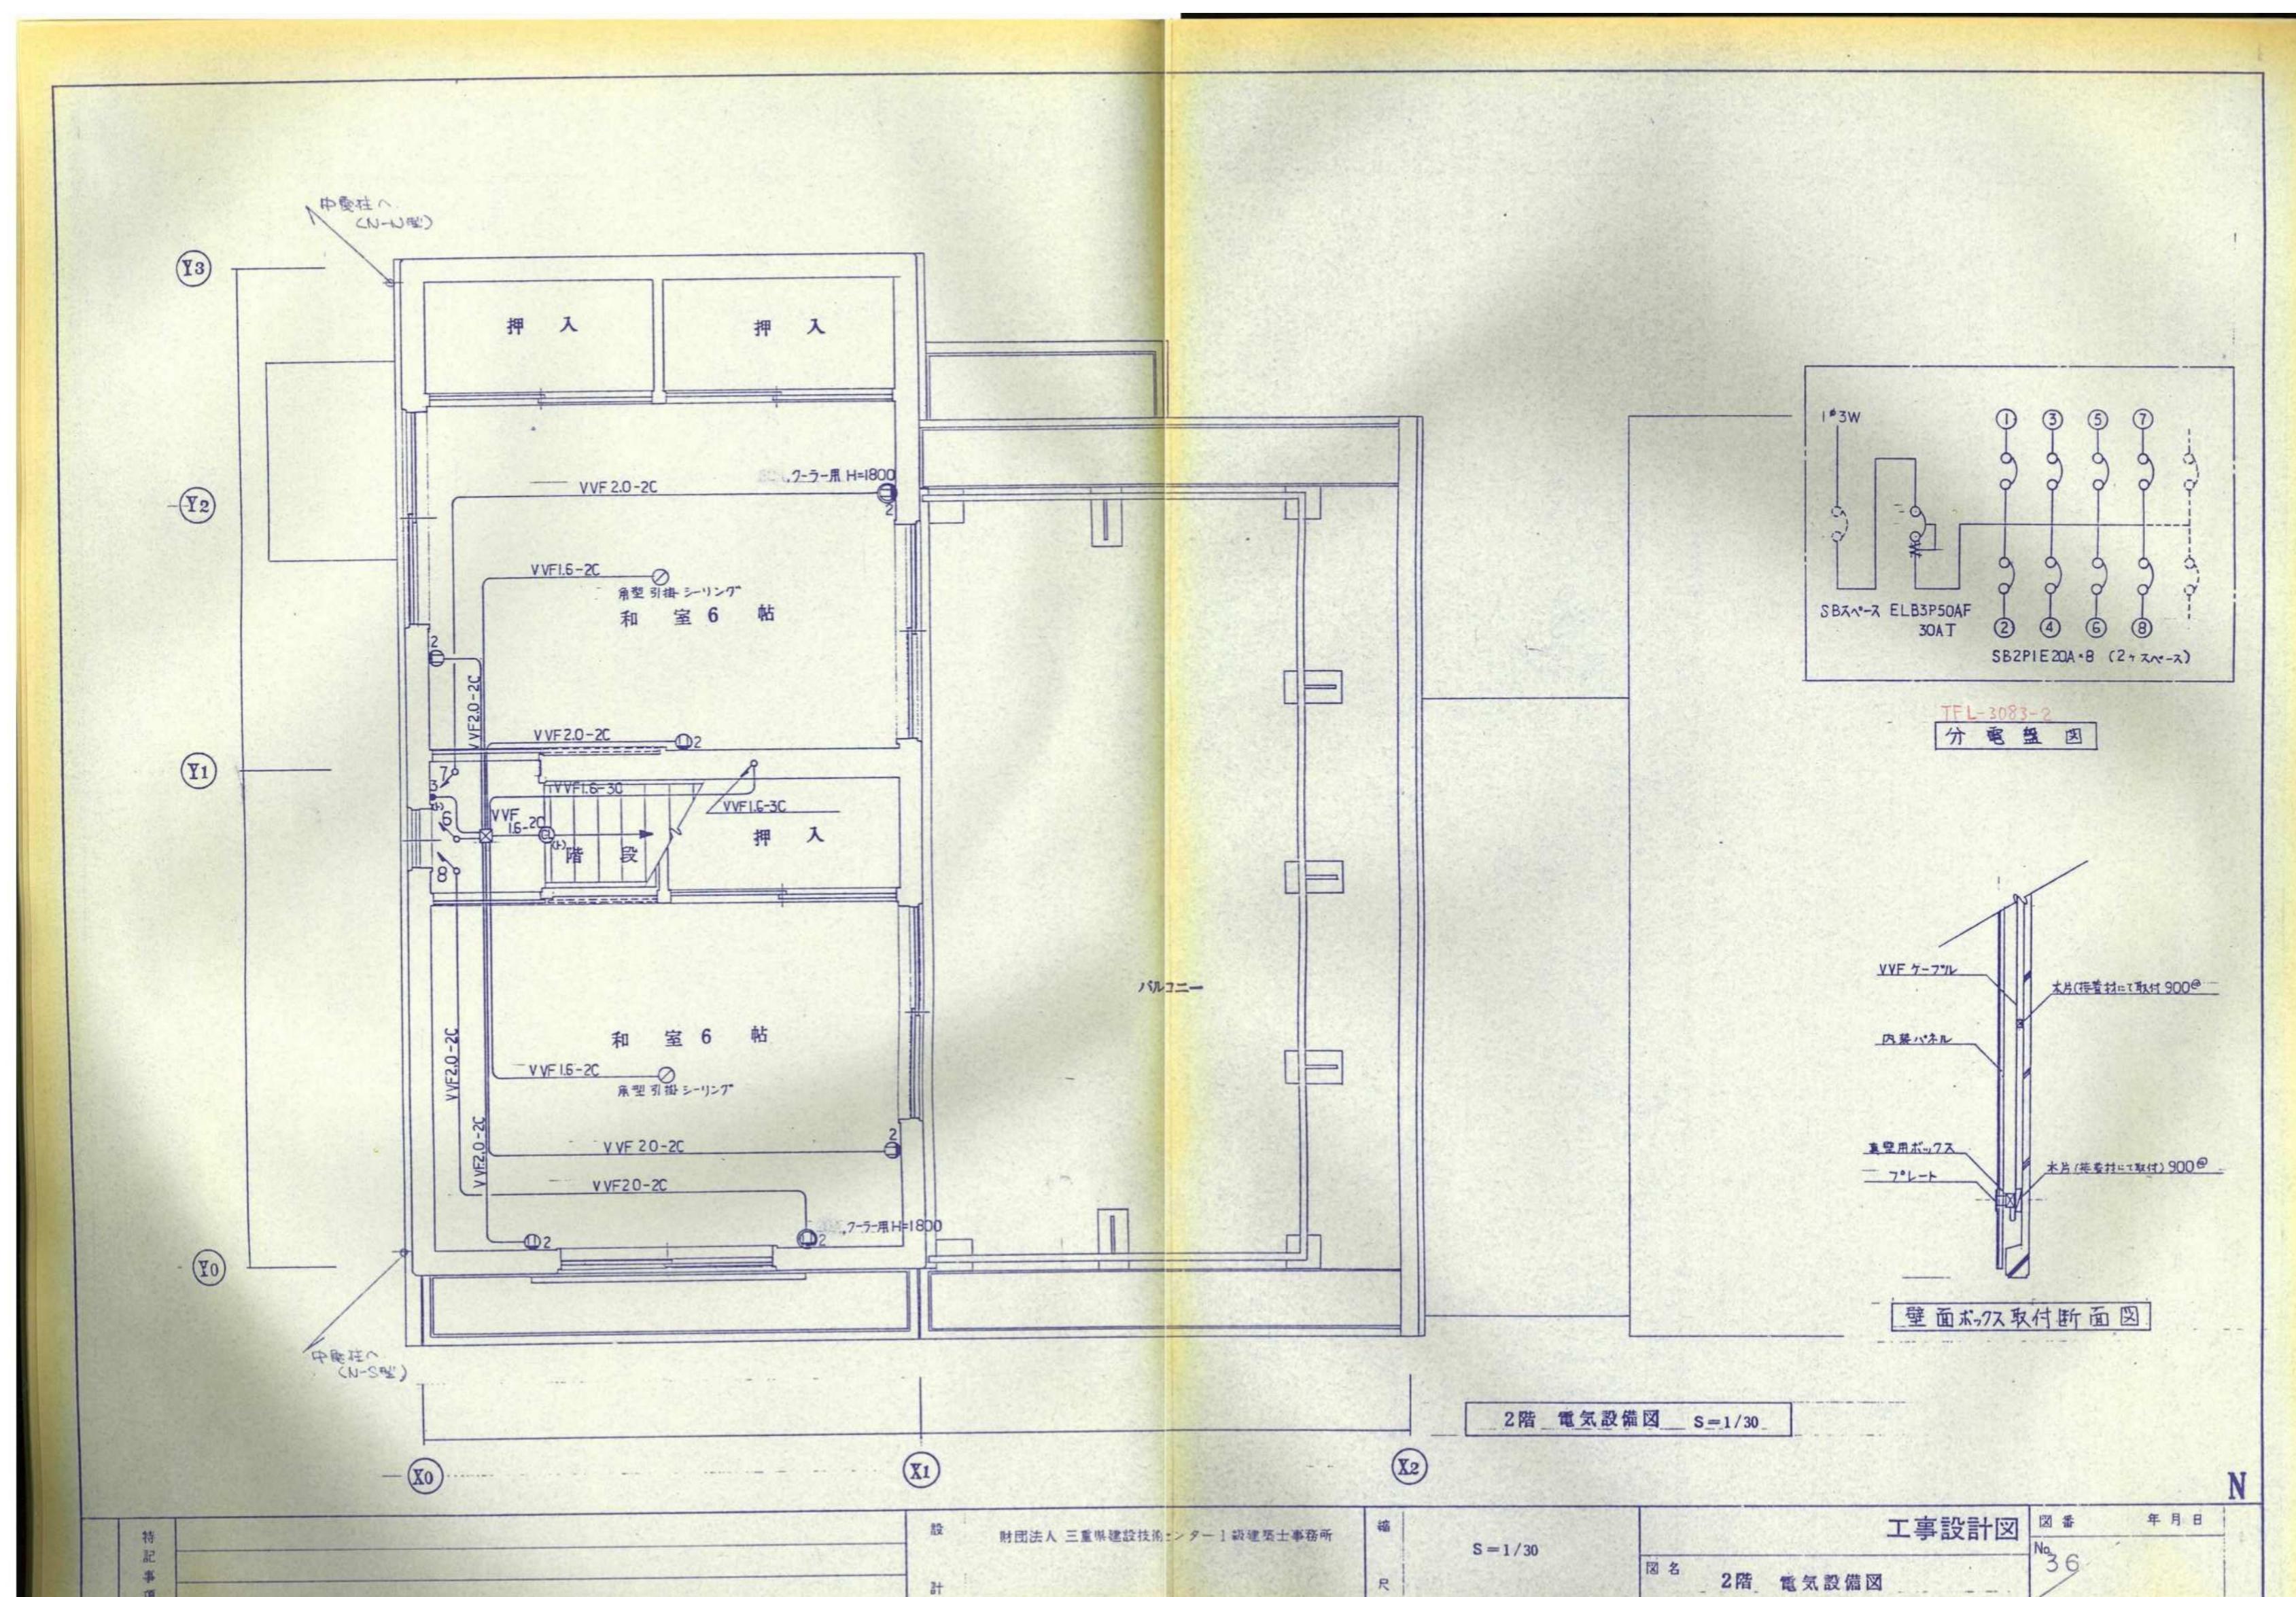

※ 配管・配線は可能な限り分別し処分すること  
※ 照明器具については、全て撤去済

財團法人 三重県建設技術センター 建築士事務所

計

S=1/30

工事設計図

図番

年月日

No.

36

津市市営高洲住宅(14-13)解体工事

縮尺

NS


図面名称 2階電気設備図

原図:A2

津市建設部市営住宅課

No. 20/21

参考図

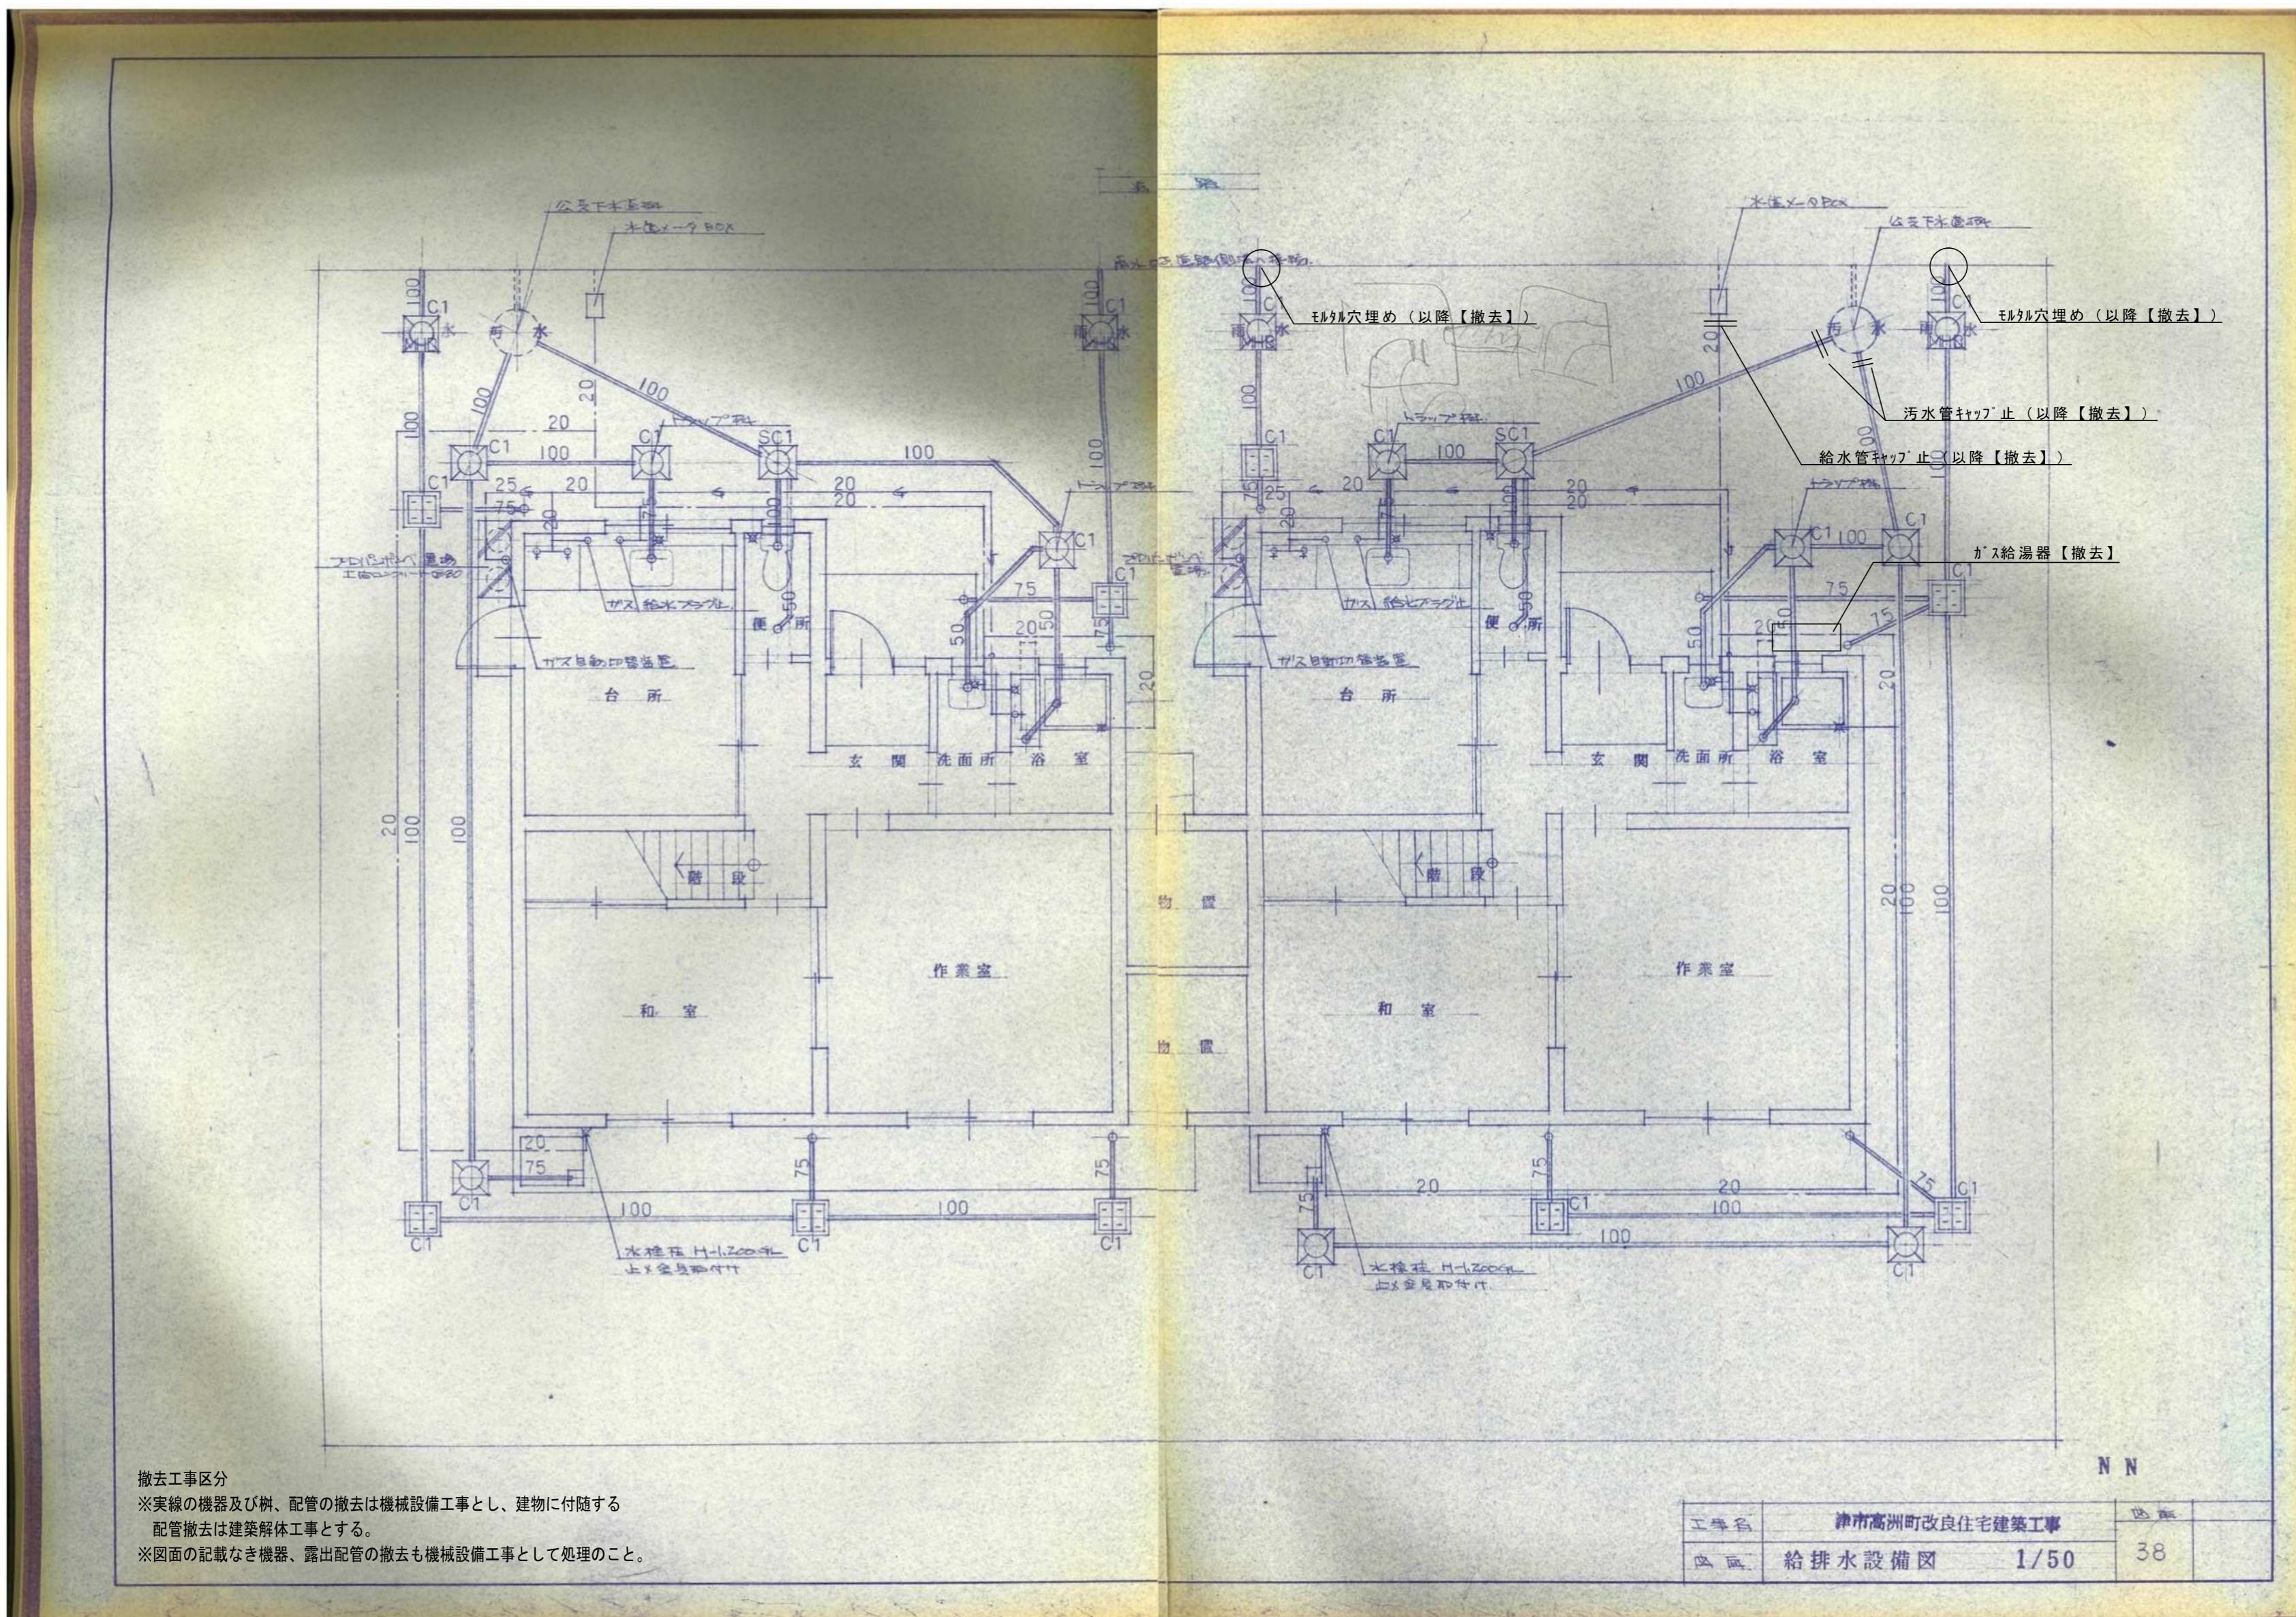

津市市営高洲住宅(14-13)解体工事		縮尺 NS
図面名称		原図:A2
給排水設備図		No. 21/21
津市建設部市営住宅課		