


※この図面はA1サイズを原寸とする。


※この図面はA 1 サイスを原寸とする。								
工事名	令和5年度建整特補第4号 半田久居線道路改良工事(その2)							
施工箇所名	津市半田地内							
図 面 名	計画平面図							
縮尺	S=1 : 500	図面番号	1/8					
事務所名	津市建設部建設整備課							

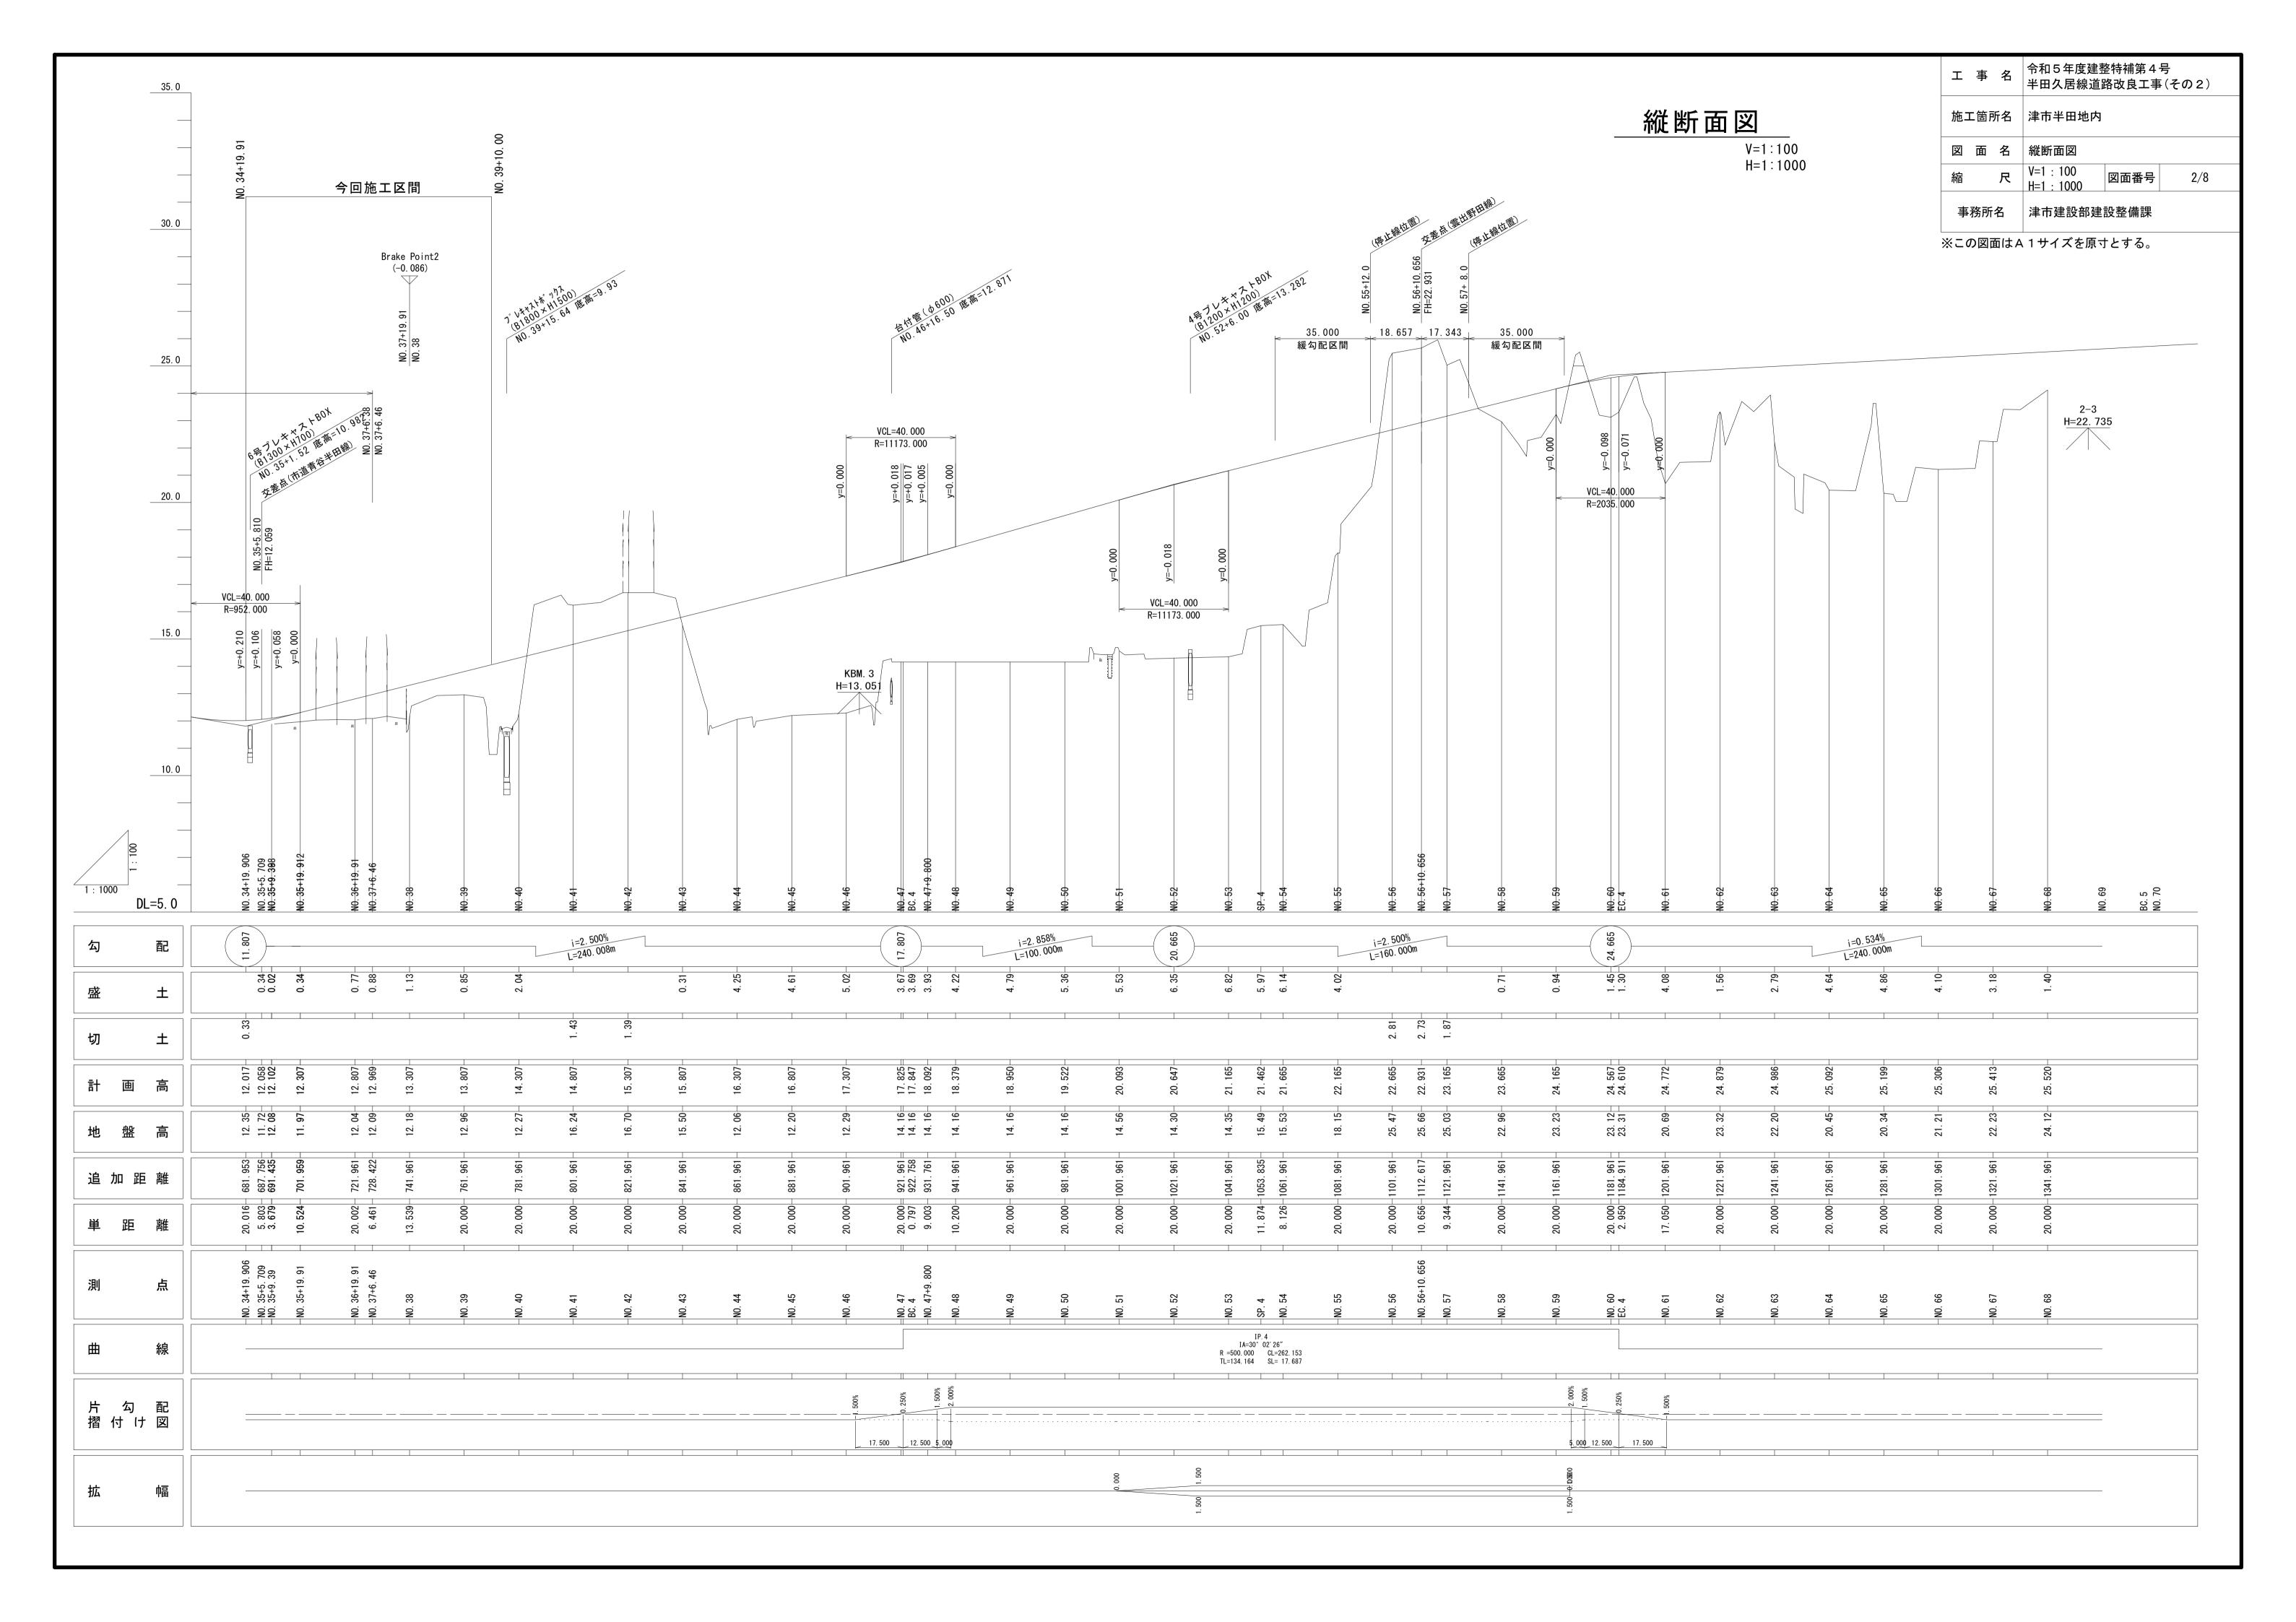


標準断面図

S=1:100

盛土部

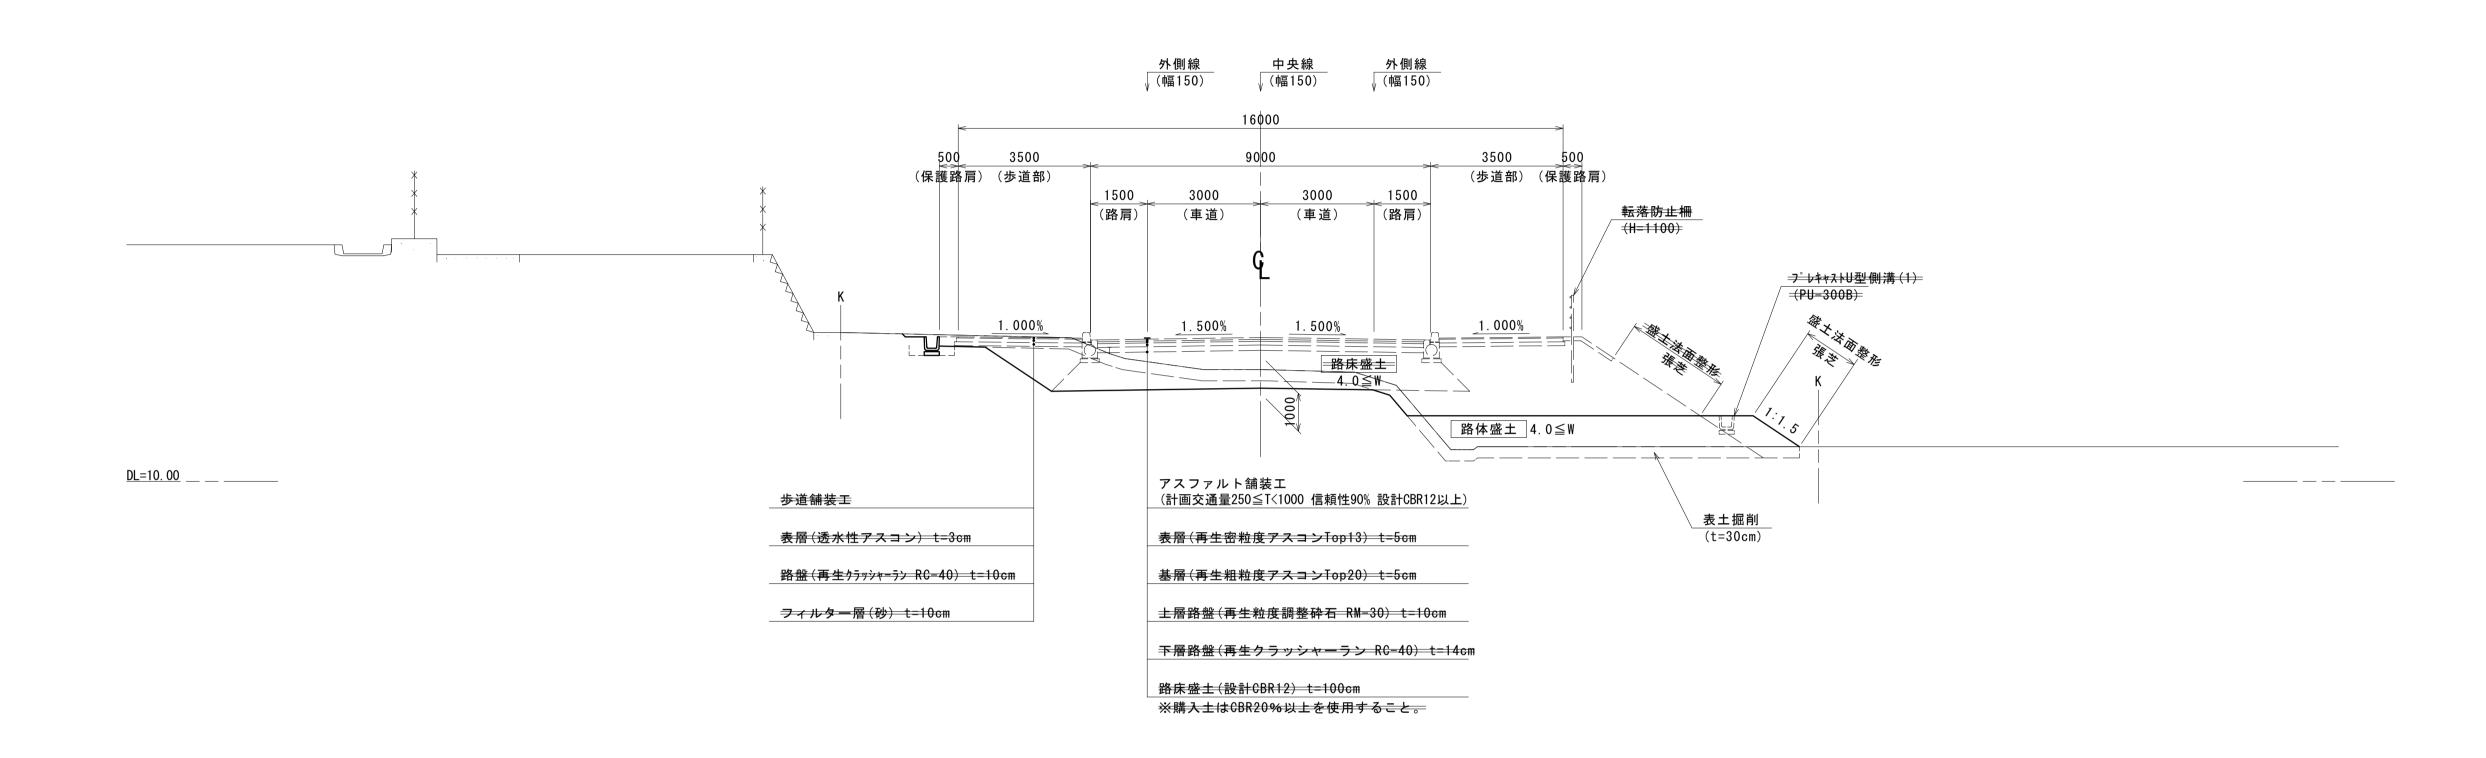

路床改良部

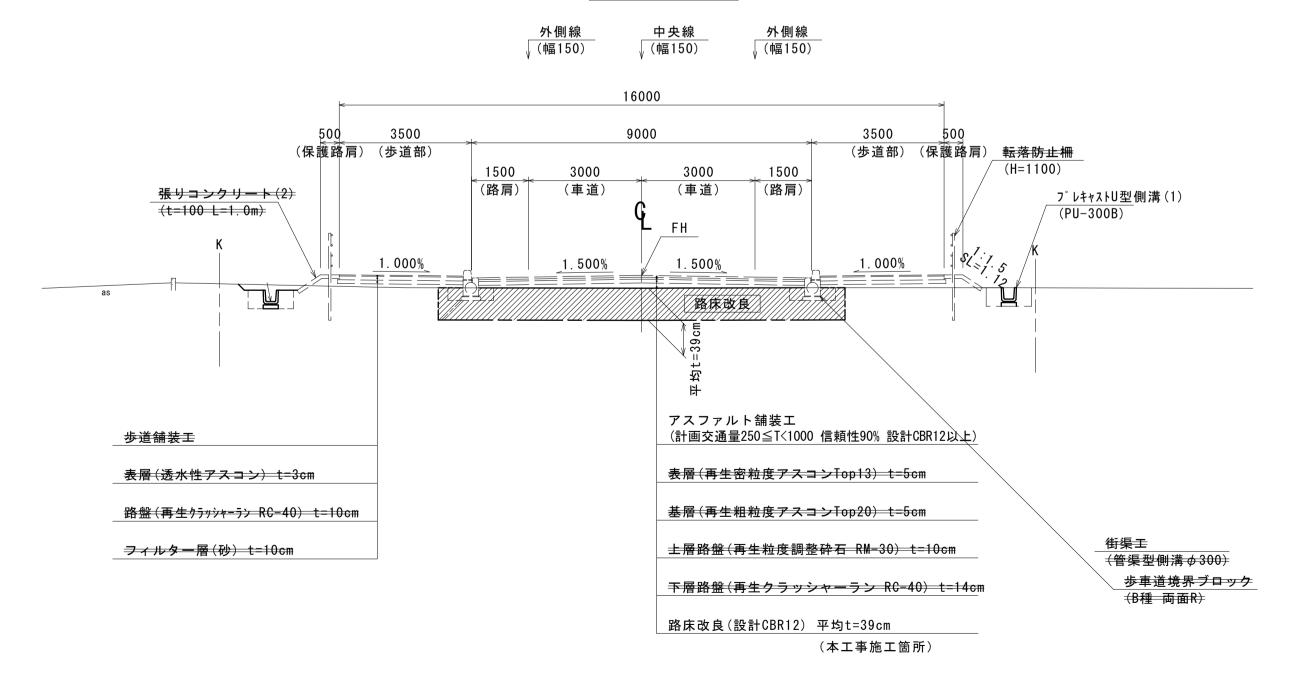


設言	十 条 件
3 - 7 - 74	4 半田久居線
道路規格	第4種第2級
設計速度(交差点)	V=40km/h
計画交通量	330台/日・方向 250≦T<1000 信頼性90%
設 計 C B R	12%以上


<	設計センター測点 測量センター測点
_	
	-

GH= 00.00 ← 測量センター地盤高 FH= 00.000 ← 設計センター計画高

※この図面はA1サイズを原寸とする。

<u>ж = (</u>	/) 凶口	旬はA	<u>、1サイスを原</u>	<u>.寸とする。</u>				
エ	事	名	令和5年度建 半田久居線道		_			
施□	L箇 Ā	听名	津市半田地内					
図	面	名	標準断面図					
縮		尺	S=1 : 100	図面番号	3/8			
事	務所	名	津市建設部建設整備課					

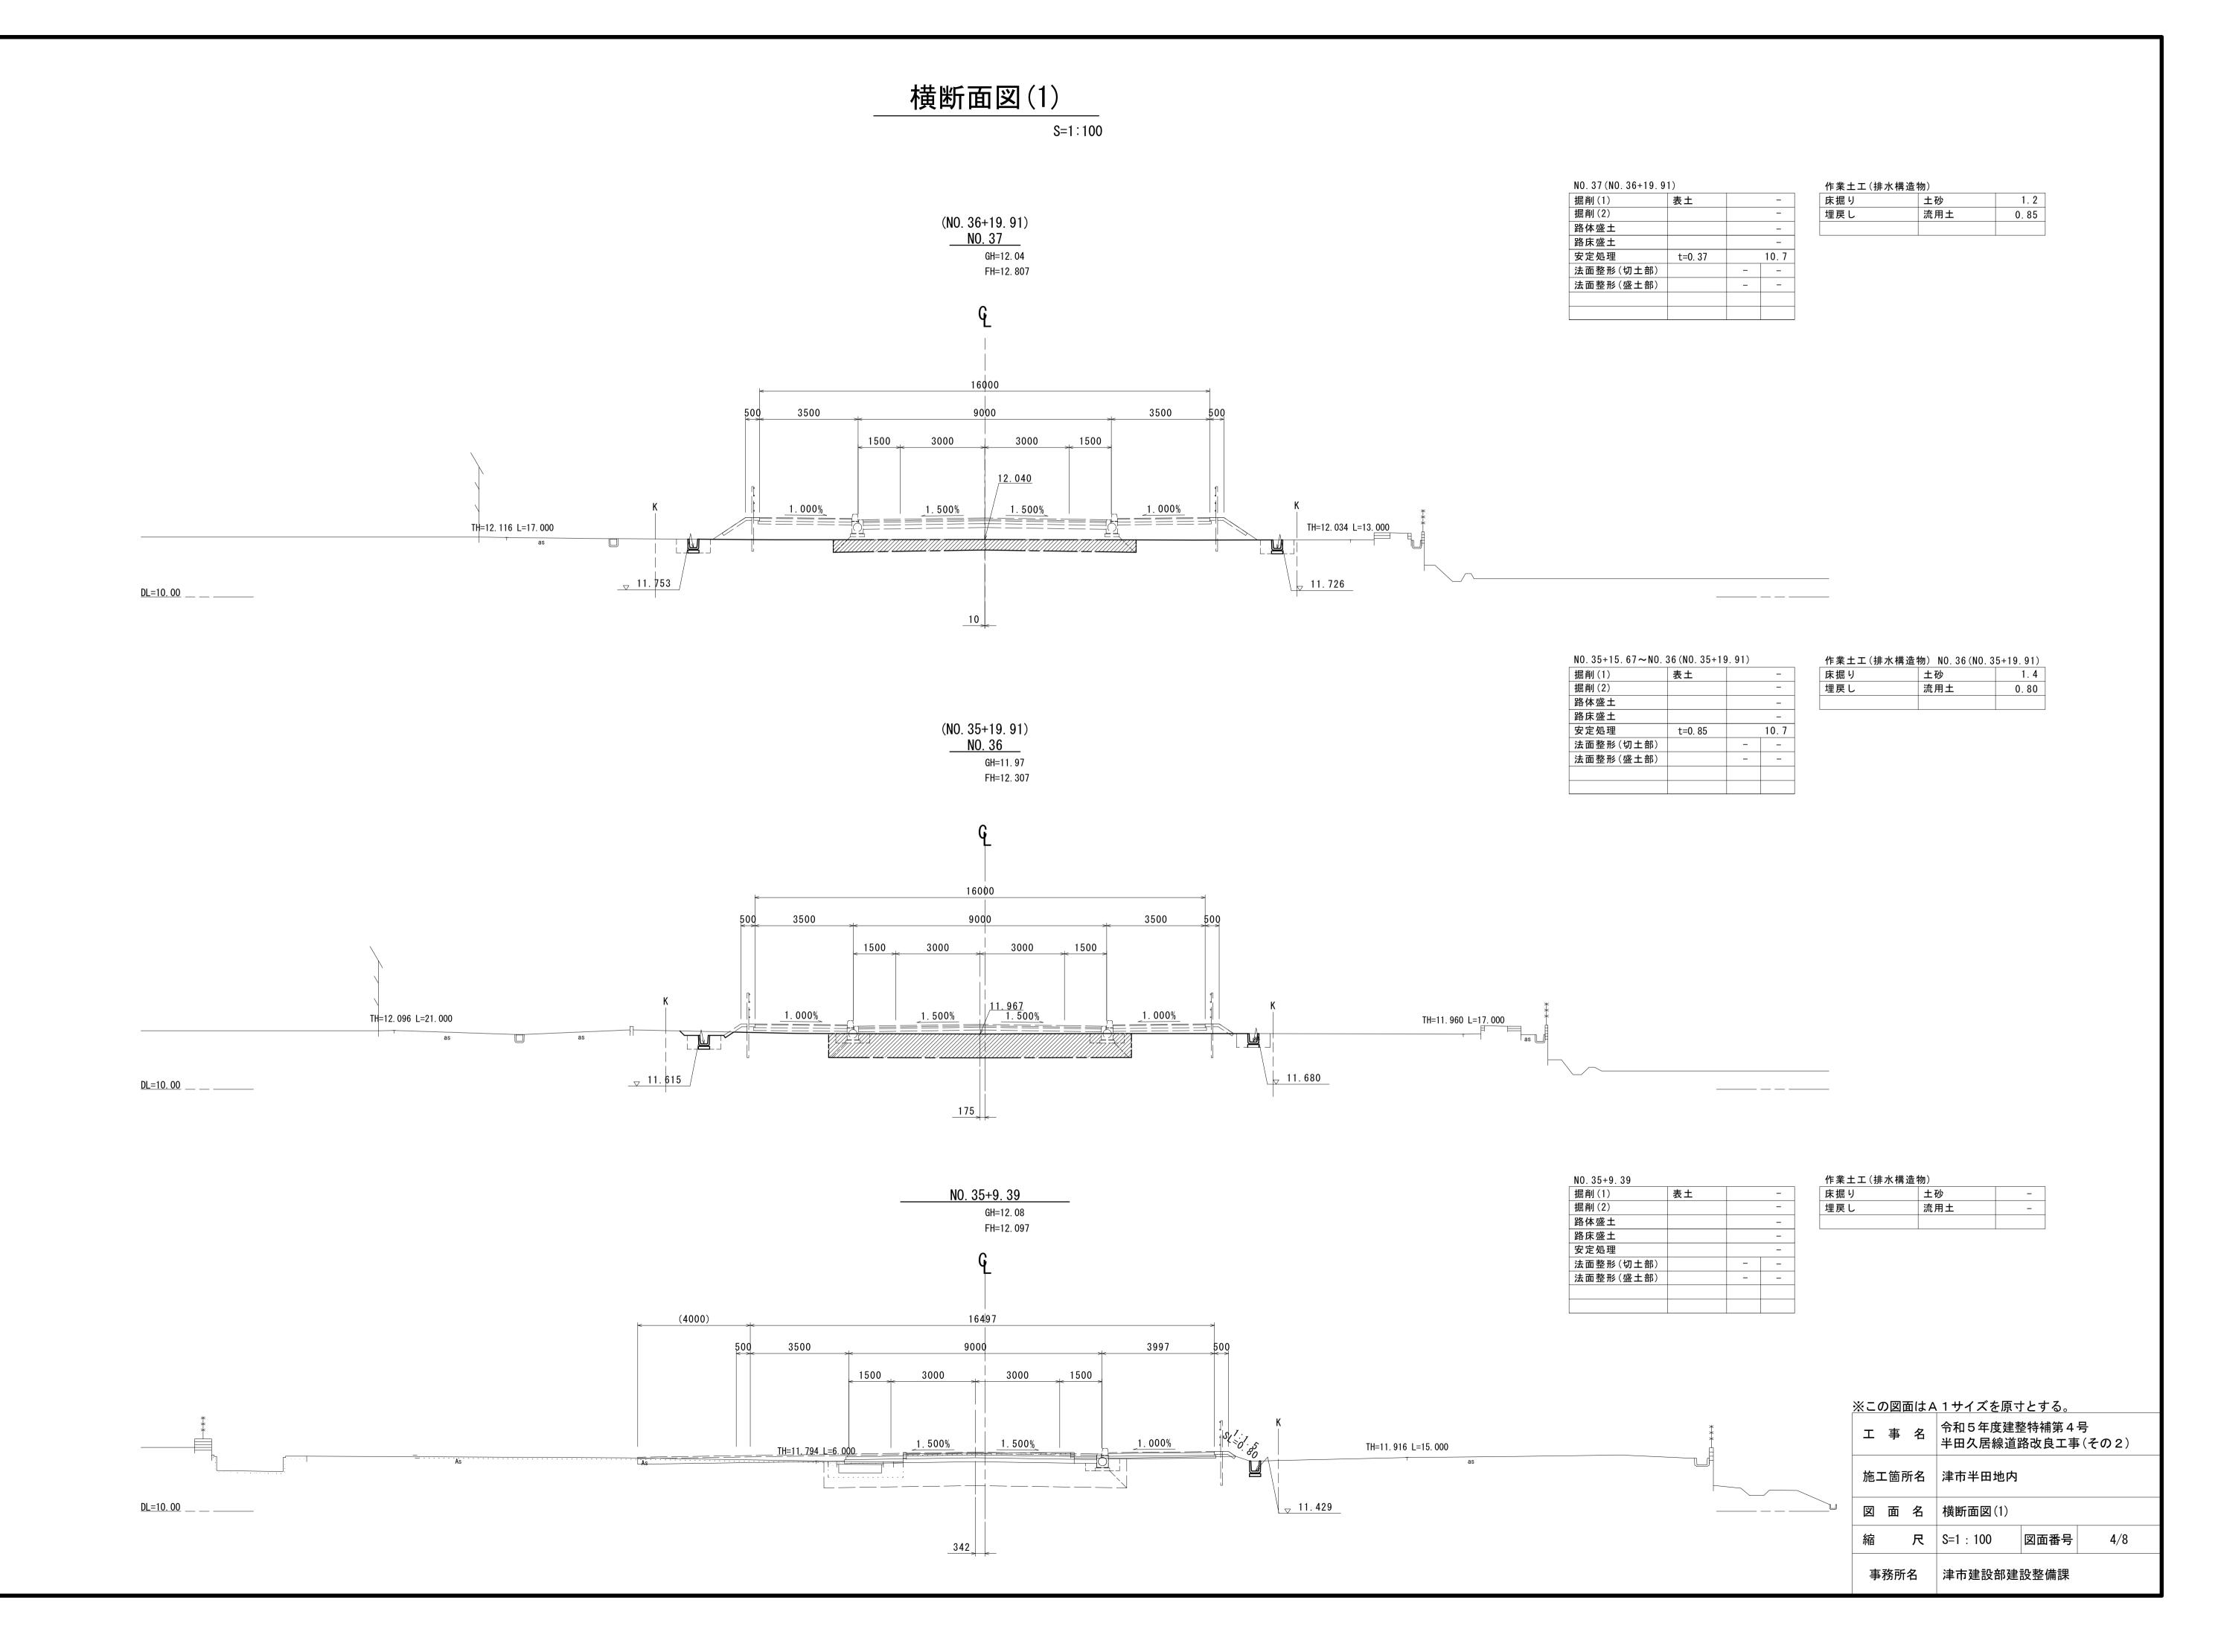


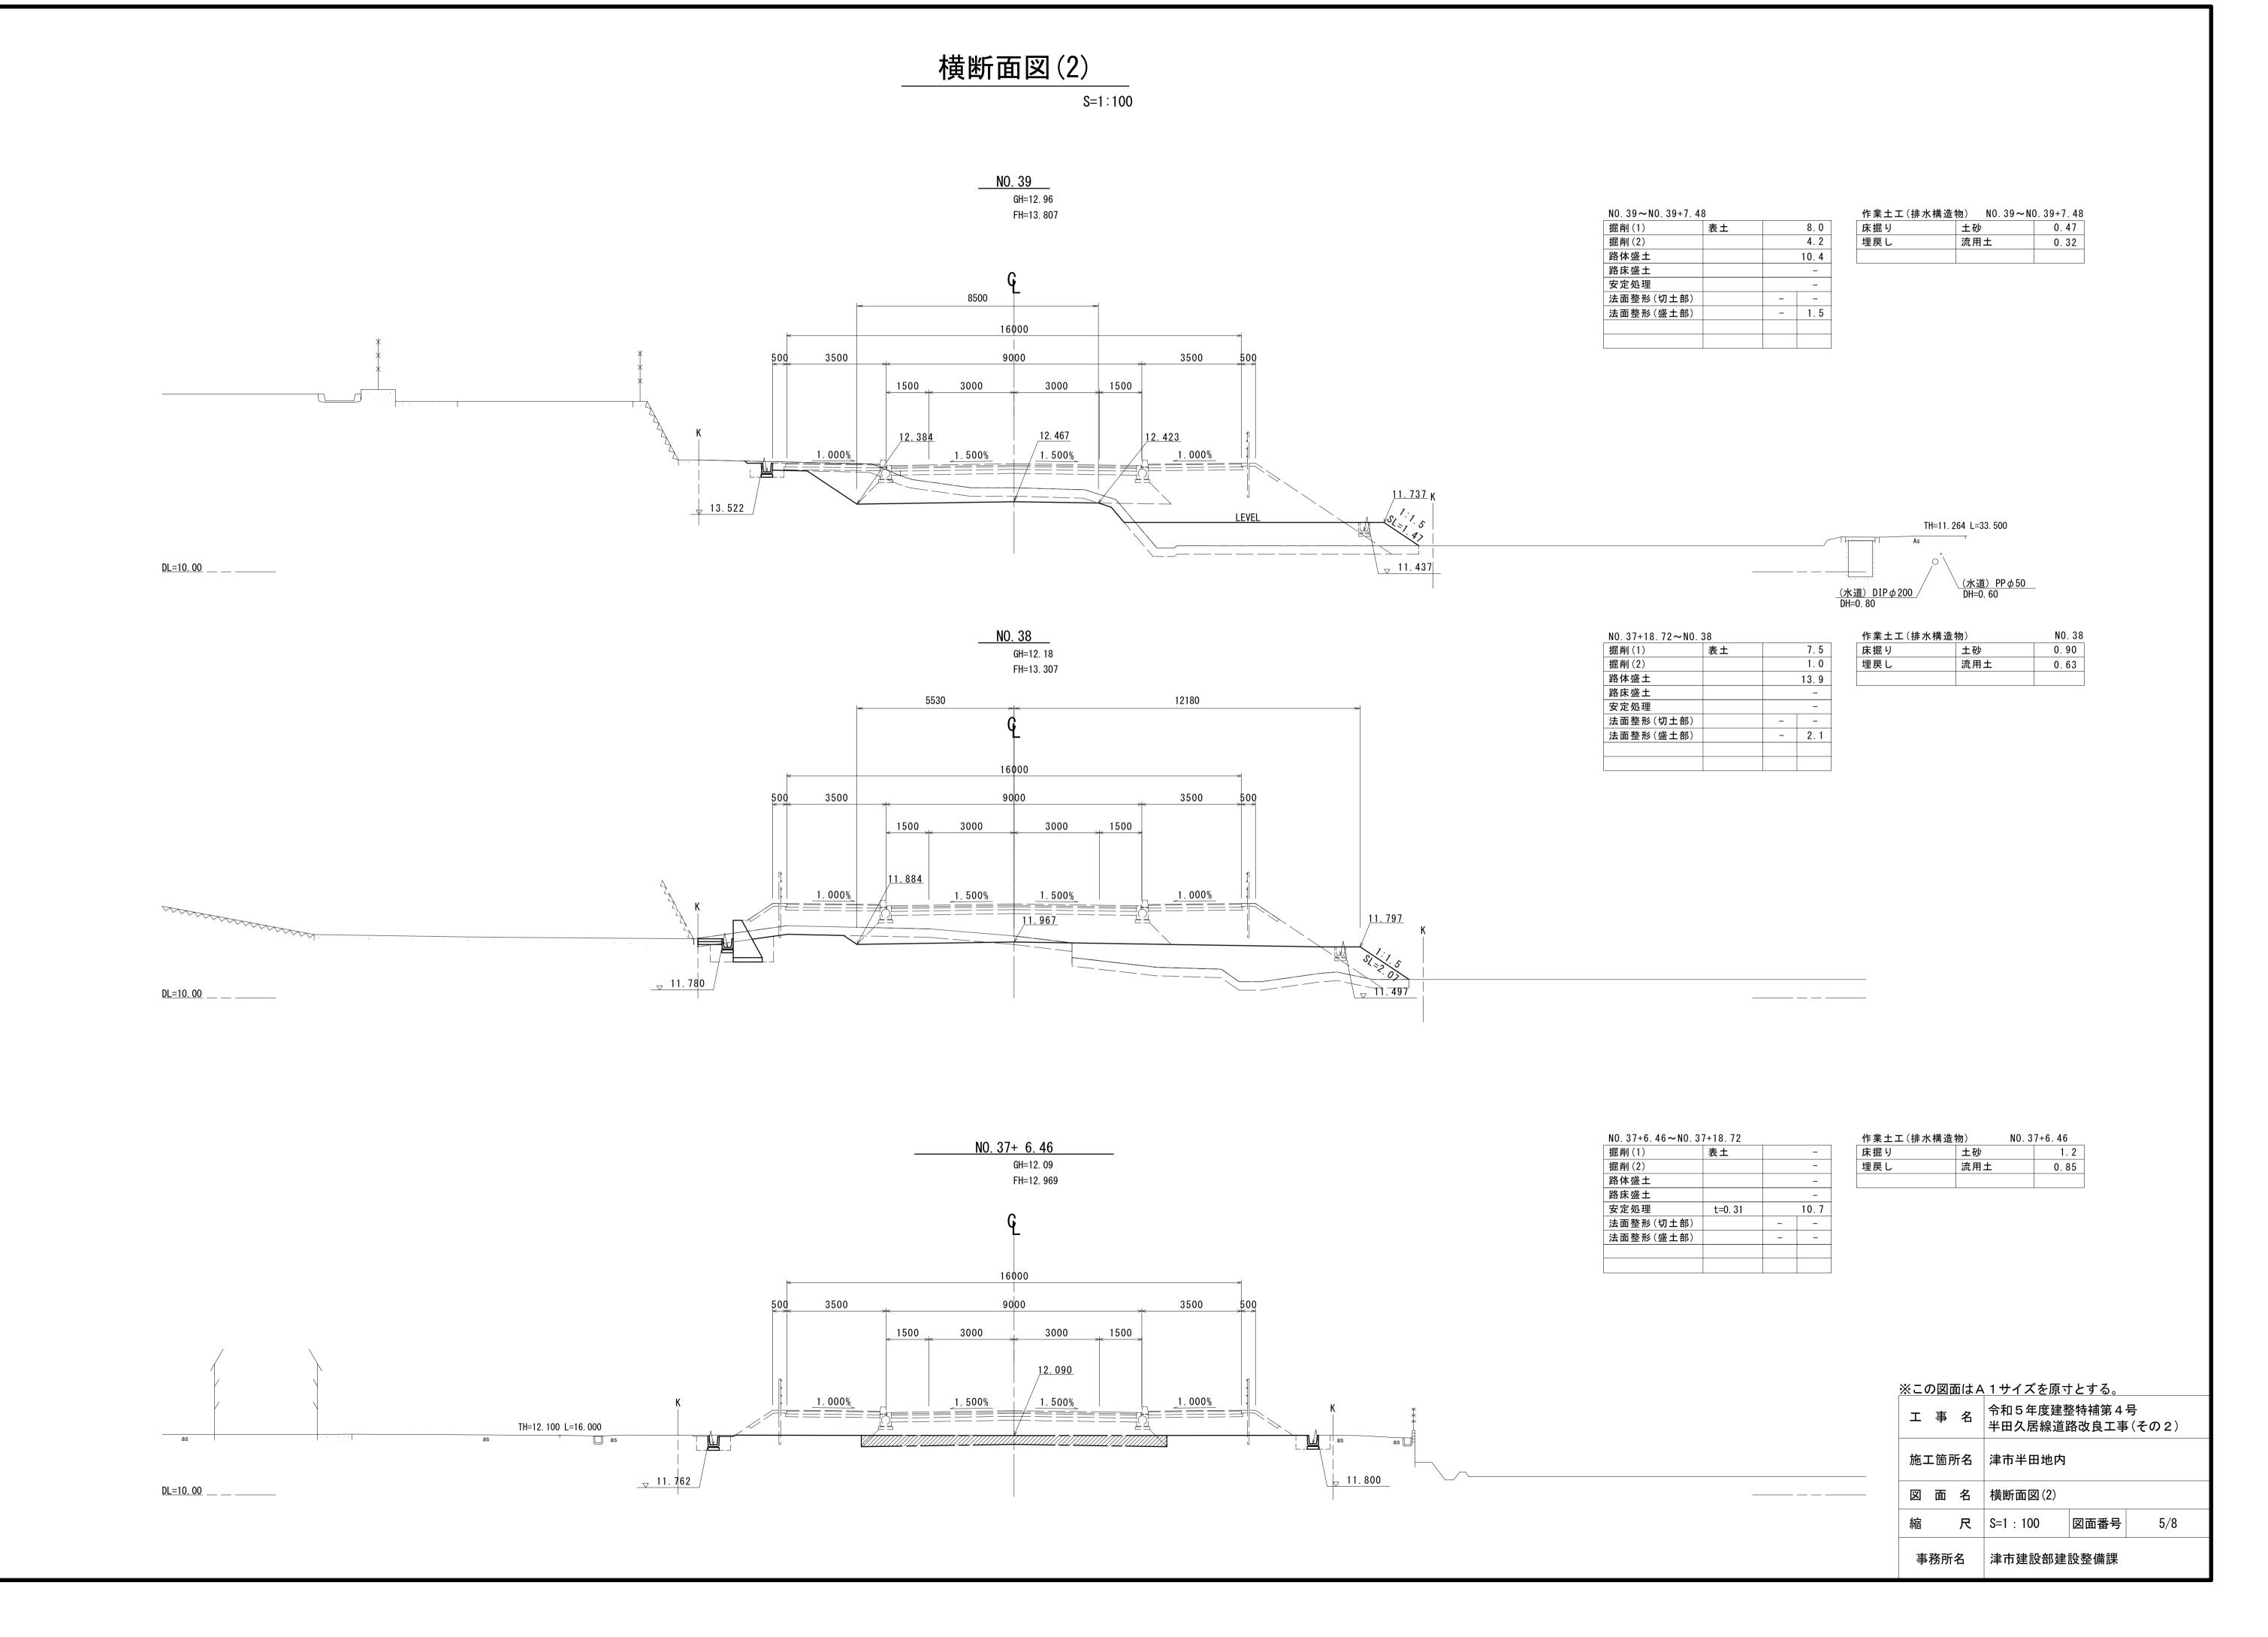


重力式擁壁構造図

(NO.37+17.65~NO.38+13.00 左側歩道端)




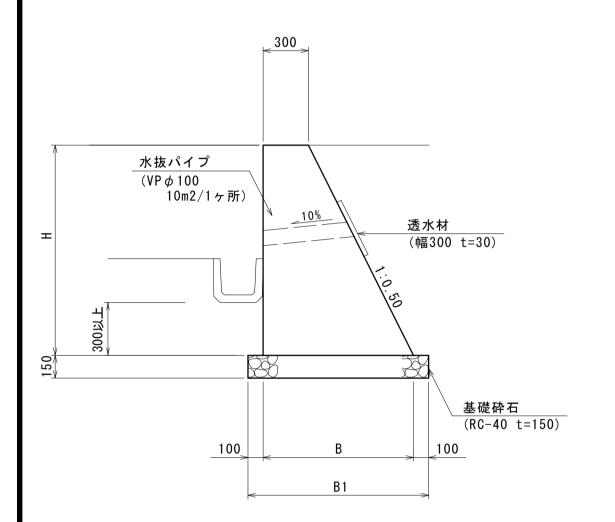

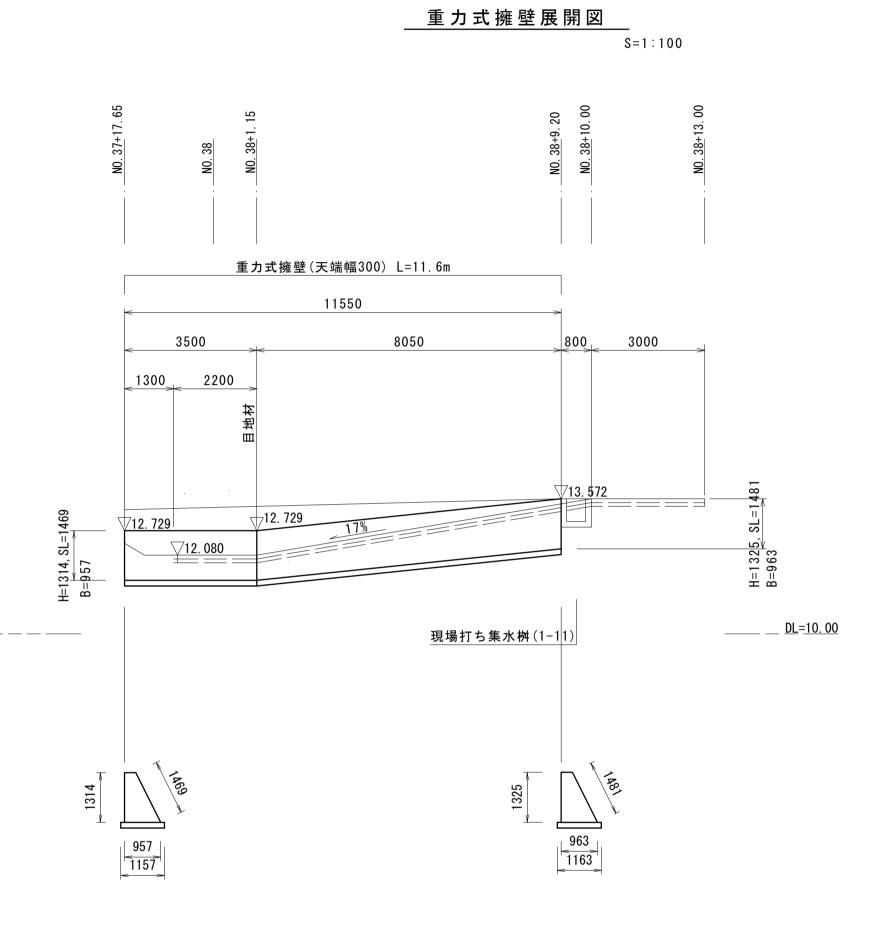


材料表							1.0式当り
名	称	規格	単位	数	量	摘	要
4	孙	一	1年124	1号擁壁	2号擁壁	拍	安
基礎砕	石	RC-40 t=150	m2	29.00	13.4		
コンクリー	- ト	18-8-40BB	m3	13.14	9. 6		
同 上 型	枠		m2	65.91	32. 2		
目 地	材	瀝青質 t=10mm	m2	1/19	0.83		
水 抜 パ イ	プ	VP φ 100	m	1.62	_		
透水	材	幅300 t=30mm	m2	10.20	_		
縁石ブロッ	ク	C種 片面R	m	28.7	_		
基 面 整	正		m2	29.00	13.4		
張りコンクリ	- ト	18-8-25BB	m3	_ \	1.5		
路 盤	エ	RC-40 t=100	m2	_	15.3		
目 地	材	瀝青質 t=10mm	m2		0. 2		

* 基礎地盤必要地耐力 必要支持力(地盤反力度) 59kN/㎡以上 上記の数値に安全率(Fs=2.31)を乗じた値を、現地で平板載荷試験にて確認すること。 59×2.31=137kN/㎡以上

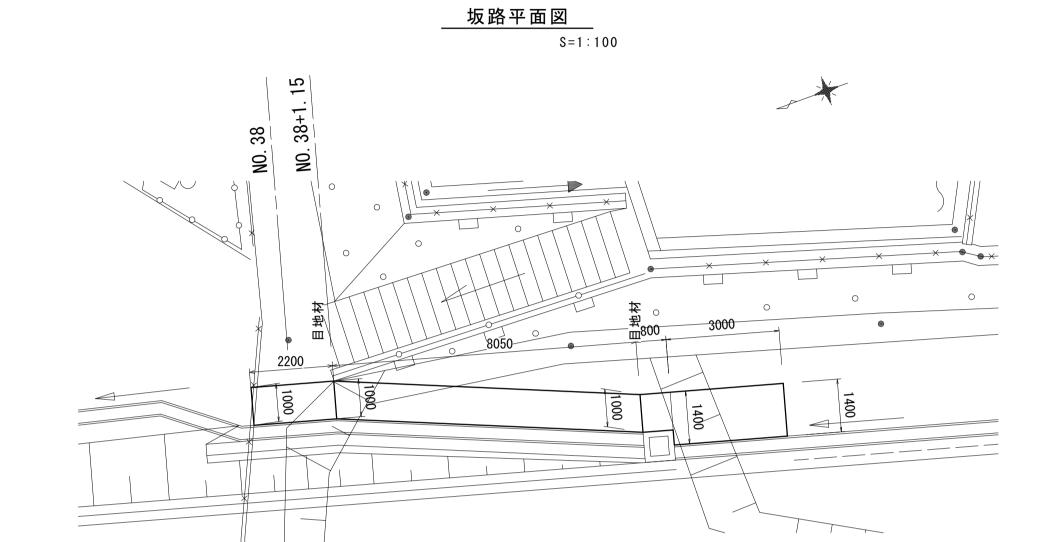

坂路断面図 S=1:50

<u>NO. 38</u>

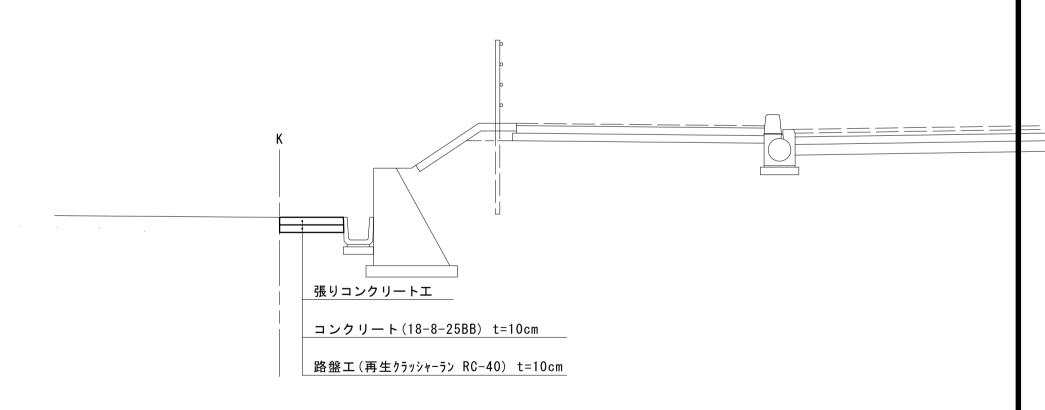


※この図声は 4.1 サノブを原せたする

<u>Ж</u> こ0	※この図面はA 1 サイズを原寸とする。										
エ	事	名	令和5年度建整 半田久居線道區		_						
施コ	_箇月	听名	津市半田地内								
図	面	名	重力式擁壁構造図								
縮		尺	図示	図面番号 6/8							
事	務所	名	津市建設部建設整備課								

排水工構造図


プレキャストU型側溝(1)

S=1:20 (PU-300B)

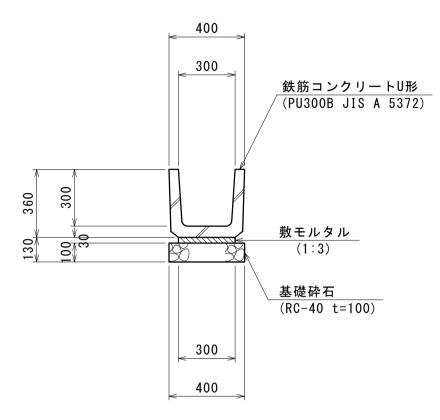


_ プレキャストU型側溝(2)

S = 1 : 20(PU-300C)

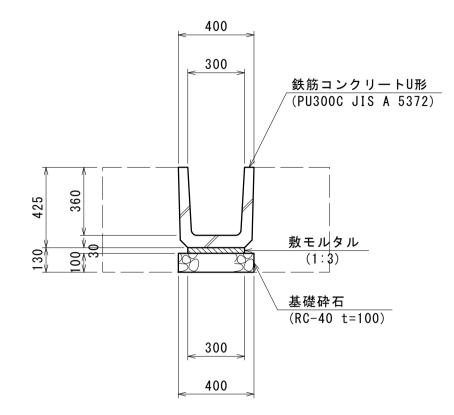

高密度ポリエチレン管 (波状管) **φ250**

S=1:20

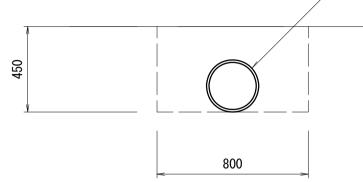

暗渠排水管

暗渠排水管 単位	数量表			10.0m当り
名 称	規 格	単位	数量	備考
高密度ポリエチレン管	無孔管 <i>ф</i> 250	m	10.00	シングル構造
床掘り		m3	3. 60	
埋戻し		m3	3. 00	
基面整正		m2	4. 00	

材料表

10.	Om当	IJ	


名 称	規格	単位	数量	摘要
基礎砕石	RC-40 t=100	m2	4. 0	
敷モルタル	1:3	m3	0.09	
U 字 溝	PU-300B	本	16.5	JIS A 5372 79kg
基面整正		m2	4. 0	

基面整正


料	· 表								10.0m当	IJ
名		称	規	格	単位	数	量	摘	要	
基	礎 砕	石	RC-40 t=	100	m2		4. 0			
敷 T	Eルタ	ル	1:3		m3		0.09			
J	字	溝	PU-300	С	本		16.5	JIS A !	5372 92kg	;
ŧ	掘	IJ			m3		6.7			
1	戻	L			m3		4.6			
基	面 整	正			m2		4. 0			

集水桝標準図



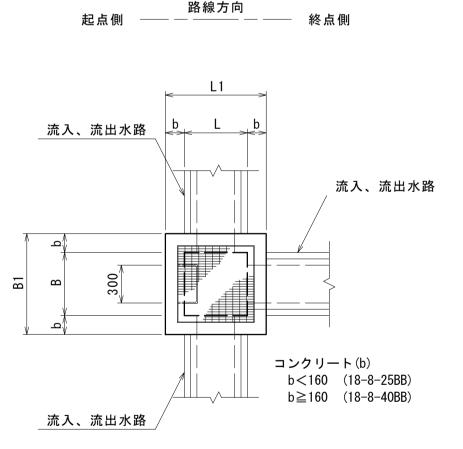


b B, L b

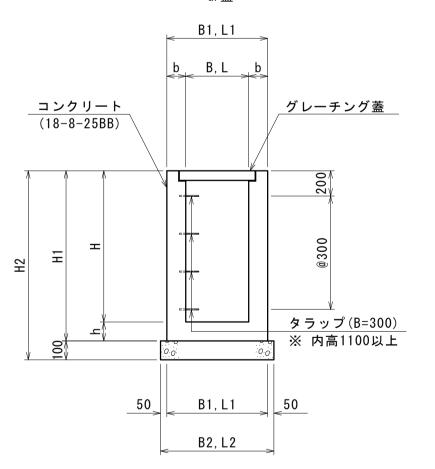

断面図 S=1:30 縞鋼板蓋 b B, L b コンクリート (18-8-25BB) タラップ(B=300) / ※ 内高1100以上 50 B1, L1 50

B2, L2

流入出位置図

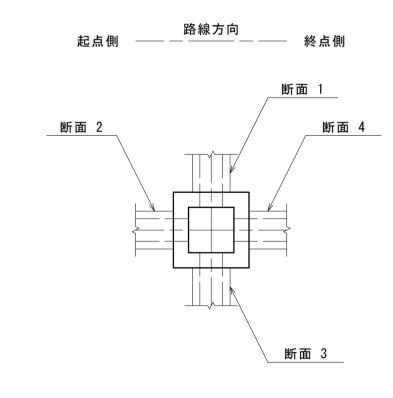

寸法、材料表																							10.0箇所当り
名 称	В	L	Н	b	h	B1	L	1	H1	H2	B2	L2	断 面(1)	断 面(2)	断 面(3)	断 面(4)	蓋 版 種	基礎砕石	コンクリ	— ► (m3)	型枠	基面整正	摘要
																		(m2)	18-8-25BB	18-8-40BB	(m2)	(m2)	
現場打ち集水桝(1-9)	500	500	600	150	150	8	00	300	750	850	900	900	台付管(φ 300)	U字溝(PU-300C)	-	U字溝(PU-300B)	- 縞鋼板蓋 (500×500)	8. 1	2. 6	_	44. 0	8. 1	NO. 35+12. 1 R
現場打ち集水桝(1-11)	500	500	600	150	150	8	00	300	750	850	900	900	-	U字溝 (PU-300B)	-	U字溝(PU-300B)	Gr蓋 (T-2 500×500) 落し込み細目鎖付	8. 1	2.6	-	44. 0	8. 1	NO. 38+9. 6 L
現場打ち集水桝(3-3)	700	700	900	150	150	10	00 10	000	1050	1150	1100	1100	U字溝(PU-300B)	高密度ポリエチレン管(φ250)	台付管(φ 300)	U字溝(PU-300B)	稿鋼板蓋 (700×700)	10.2	5.4	_	75. 2	12. 1	NO. 35+16. 0 L

※二の図面け Δ 1 サイズを頂せとする

※この図面はA	※この図面はA 1 サイスを原寸とする。										
工事名	令和5年度建整特補第4号 半田久居線道路改良工事(その2)										
施工箇所名	津市半田地内										
図 面 名	排水工構造図										
縮尺	図示 図面番号 7/8										
事務所名	津市建設部建設整備課										

