



備 考	製 図 平成 29 年 6 月 15 日	承 認 年 月 日	注 文 先	津市 殿	件 名 津市産業・スポーツセンター電気設備工事	現 地 代 理 人	監 理 技 術 者	担 当 者	作 成 者
	変更・訂正	: : :			非常放送設備 メインアリーナ 2 階 配管配線図その 2				
	△2	: : :							
	△3	: : :							
	△4	: : :			東邦・三重日信特定建設工事共同企業体	図 番	E-0122		

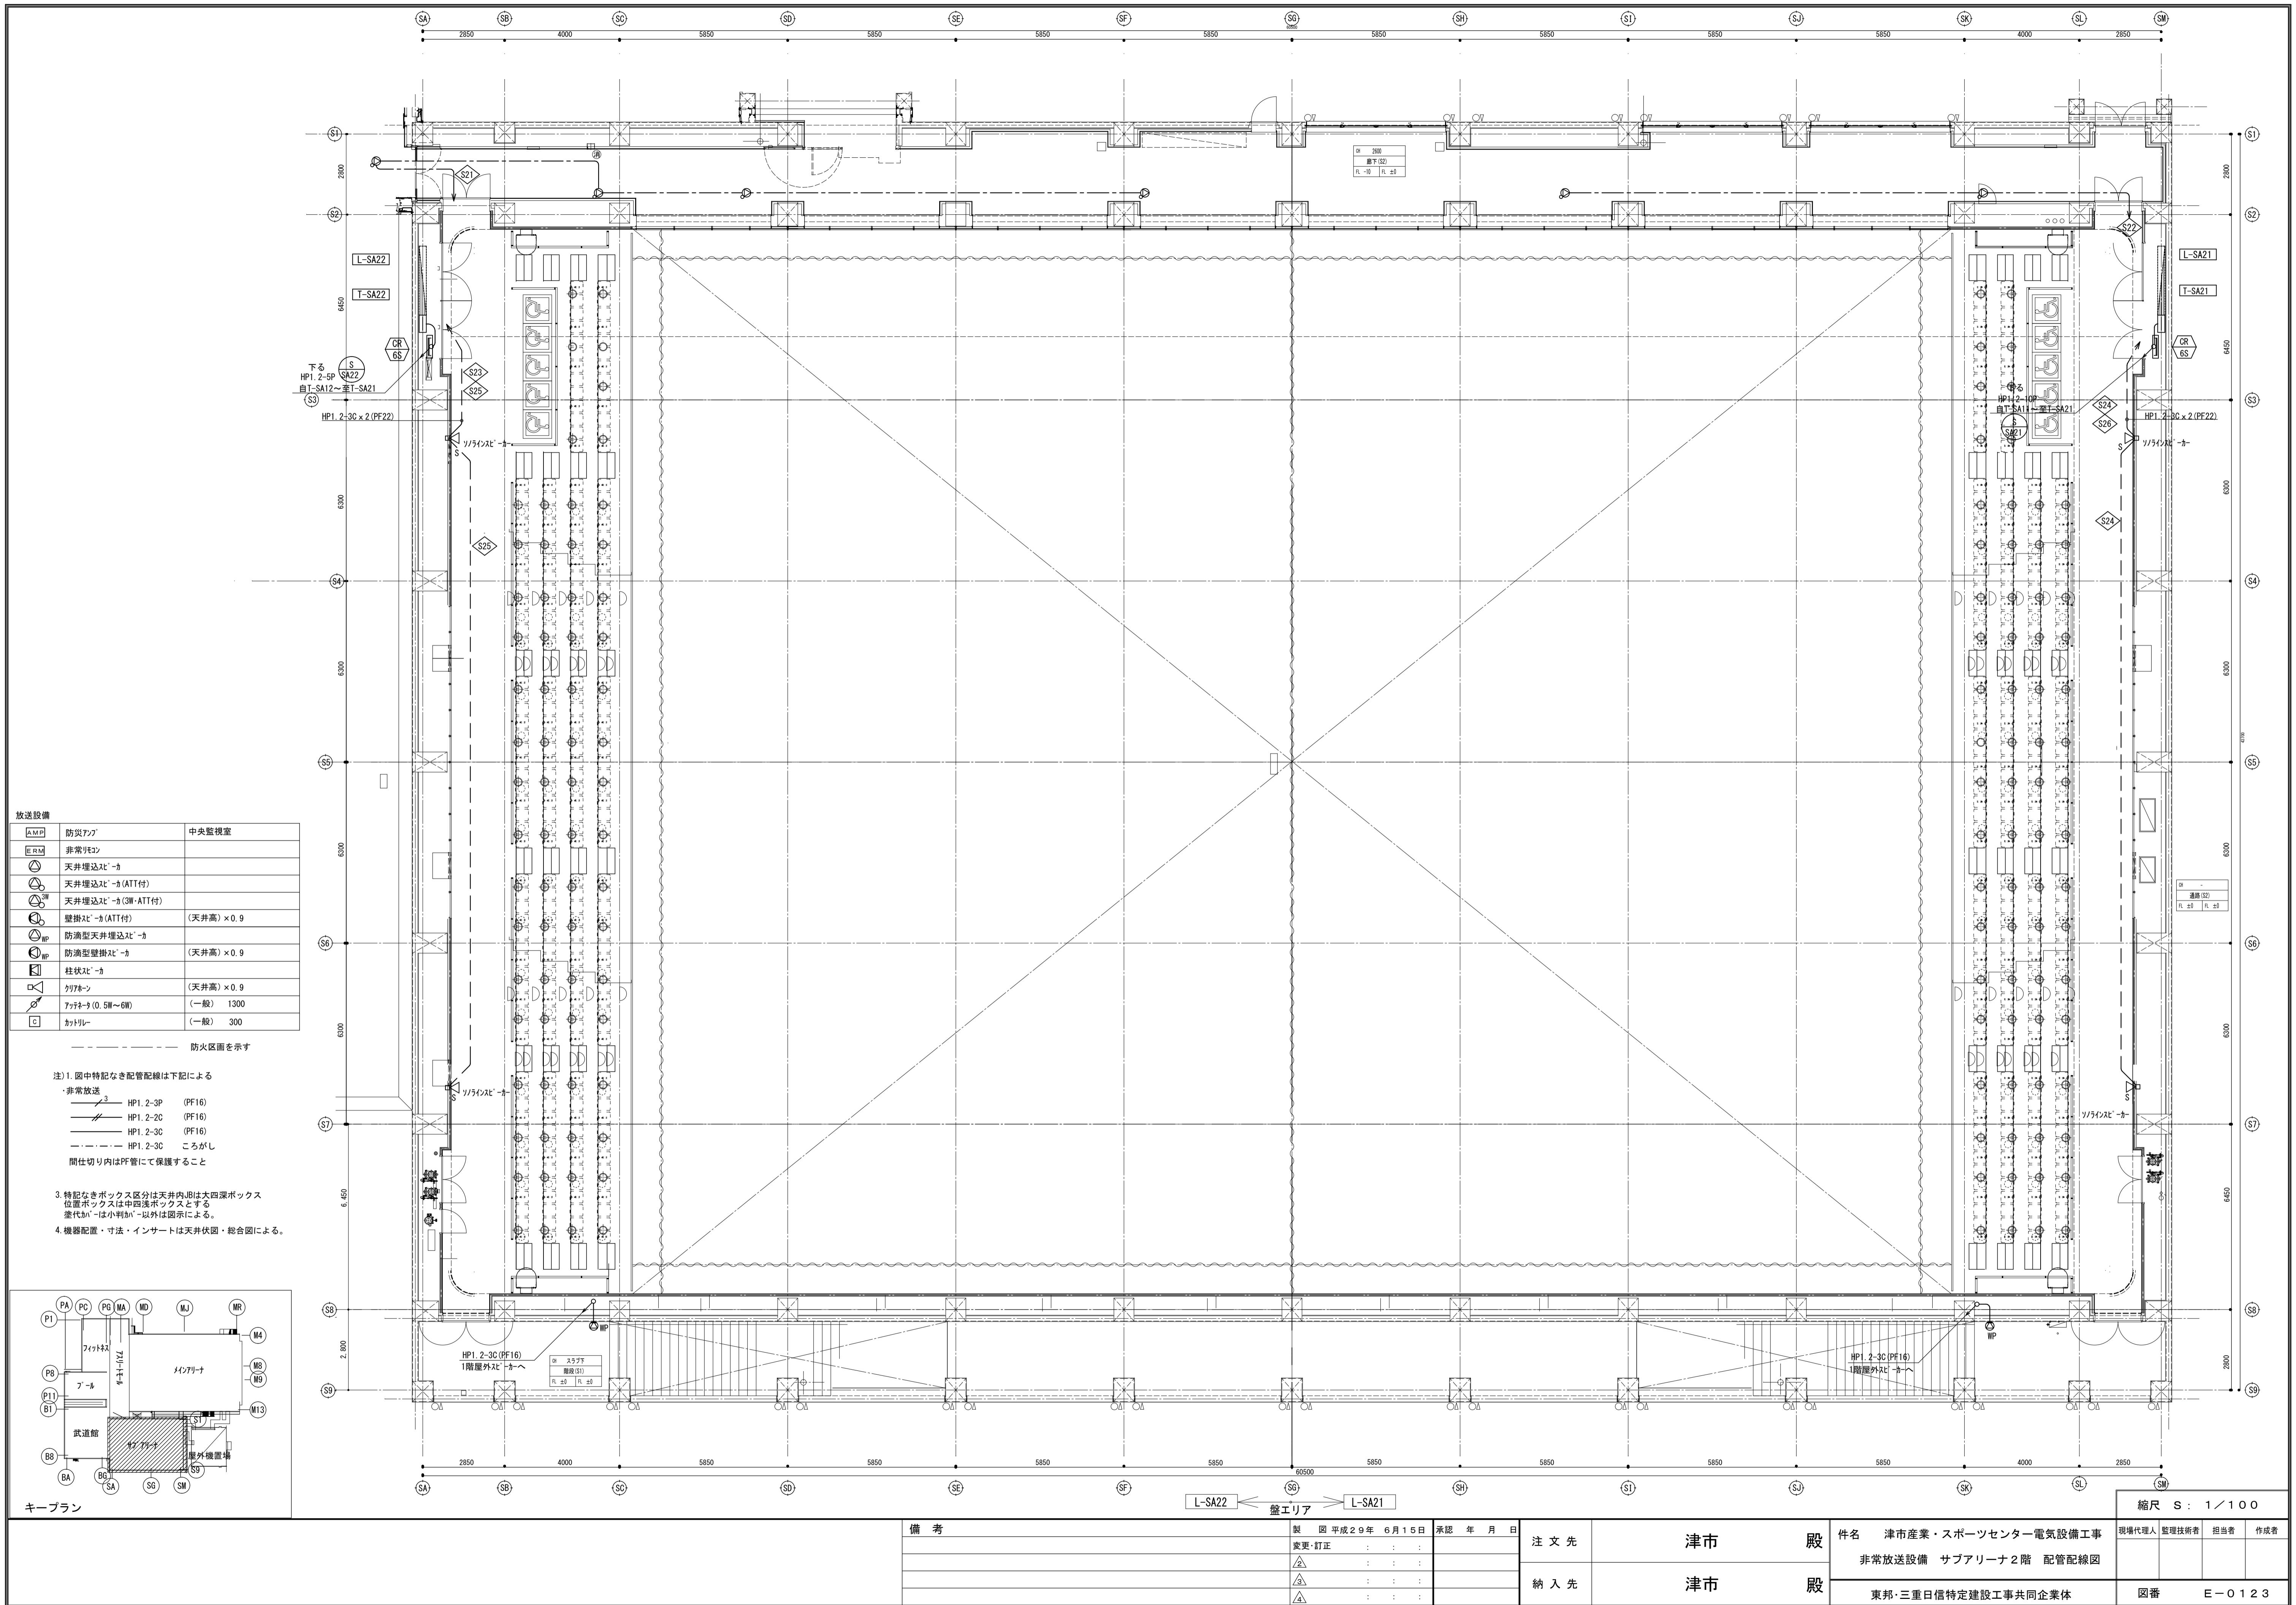

放送設備
AMP 防災アンプ
ERM 非常リコン
天井埋込スピーカー
天井埋込スピーカー(ATT付)
天井埋込スピーカー(3W・ATT付)
壁掛スピーカー(ATT付)
防滴型天井埋込スピーカー
防滴型壁掛スピーカー
柱状スピーカー
リリーフ
アテネオ(0.5W~6W)
カットリー


注)図中特記なき配管配線は下記による

拡 声
HP1.2-3C PF16
HP1.2-2C PF16
天井裏軸がし
ケーブルタック配線
S T-B11~T-B21 HP1.2-10P
B21


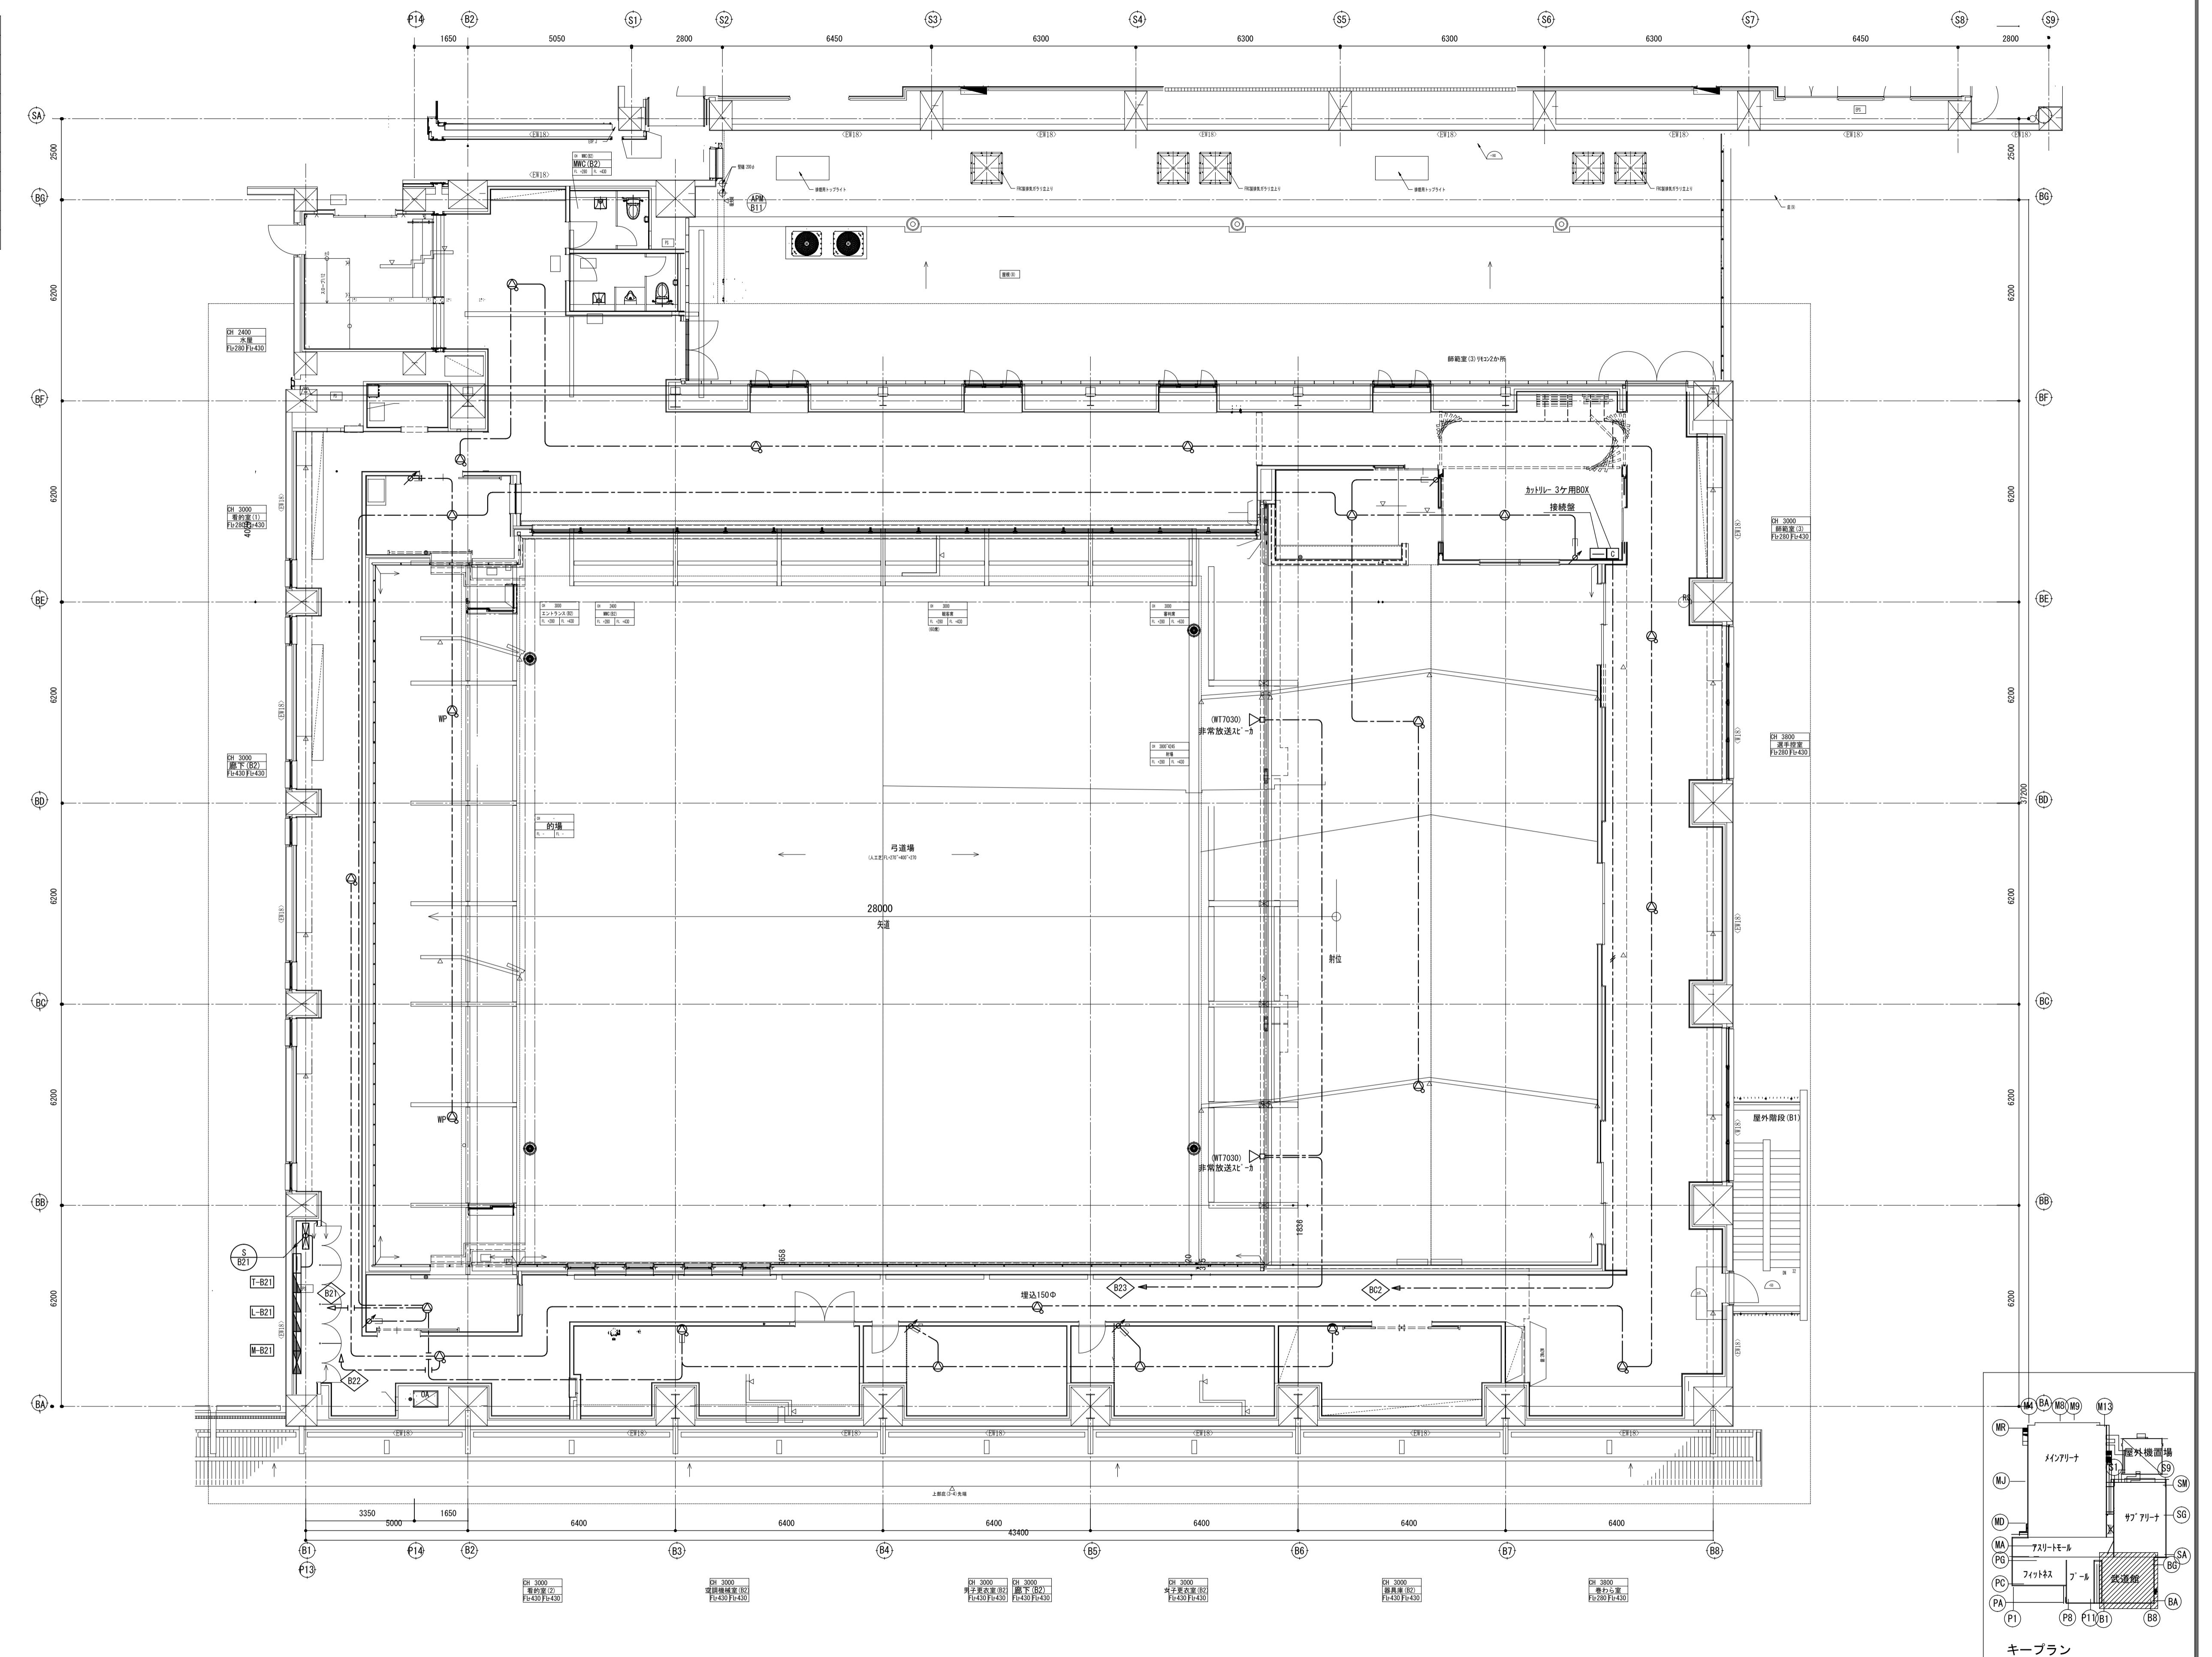


縮尺 S : 1/100

備考	製図 平成29年 6月15日 承認 年月日			注文先	津市殿	件名 津市産業・スポーツセンター電気設備工事 非常放送設備 武道館2階 配管配線図	現場代理人 監理技術者 担当者 作成者
	変更・訂正	：	：				
△	：	：	：	納入先	津市殿	東邦・三重日信特定建設工事共同企業体	図番 E-0124
△	：	：	：				
△	：	：	：				

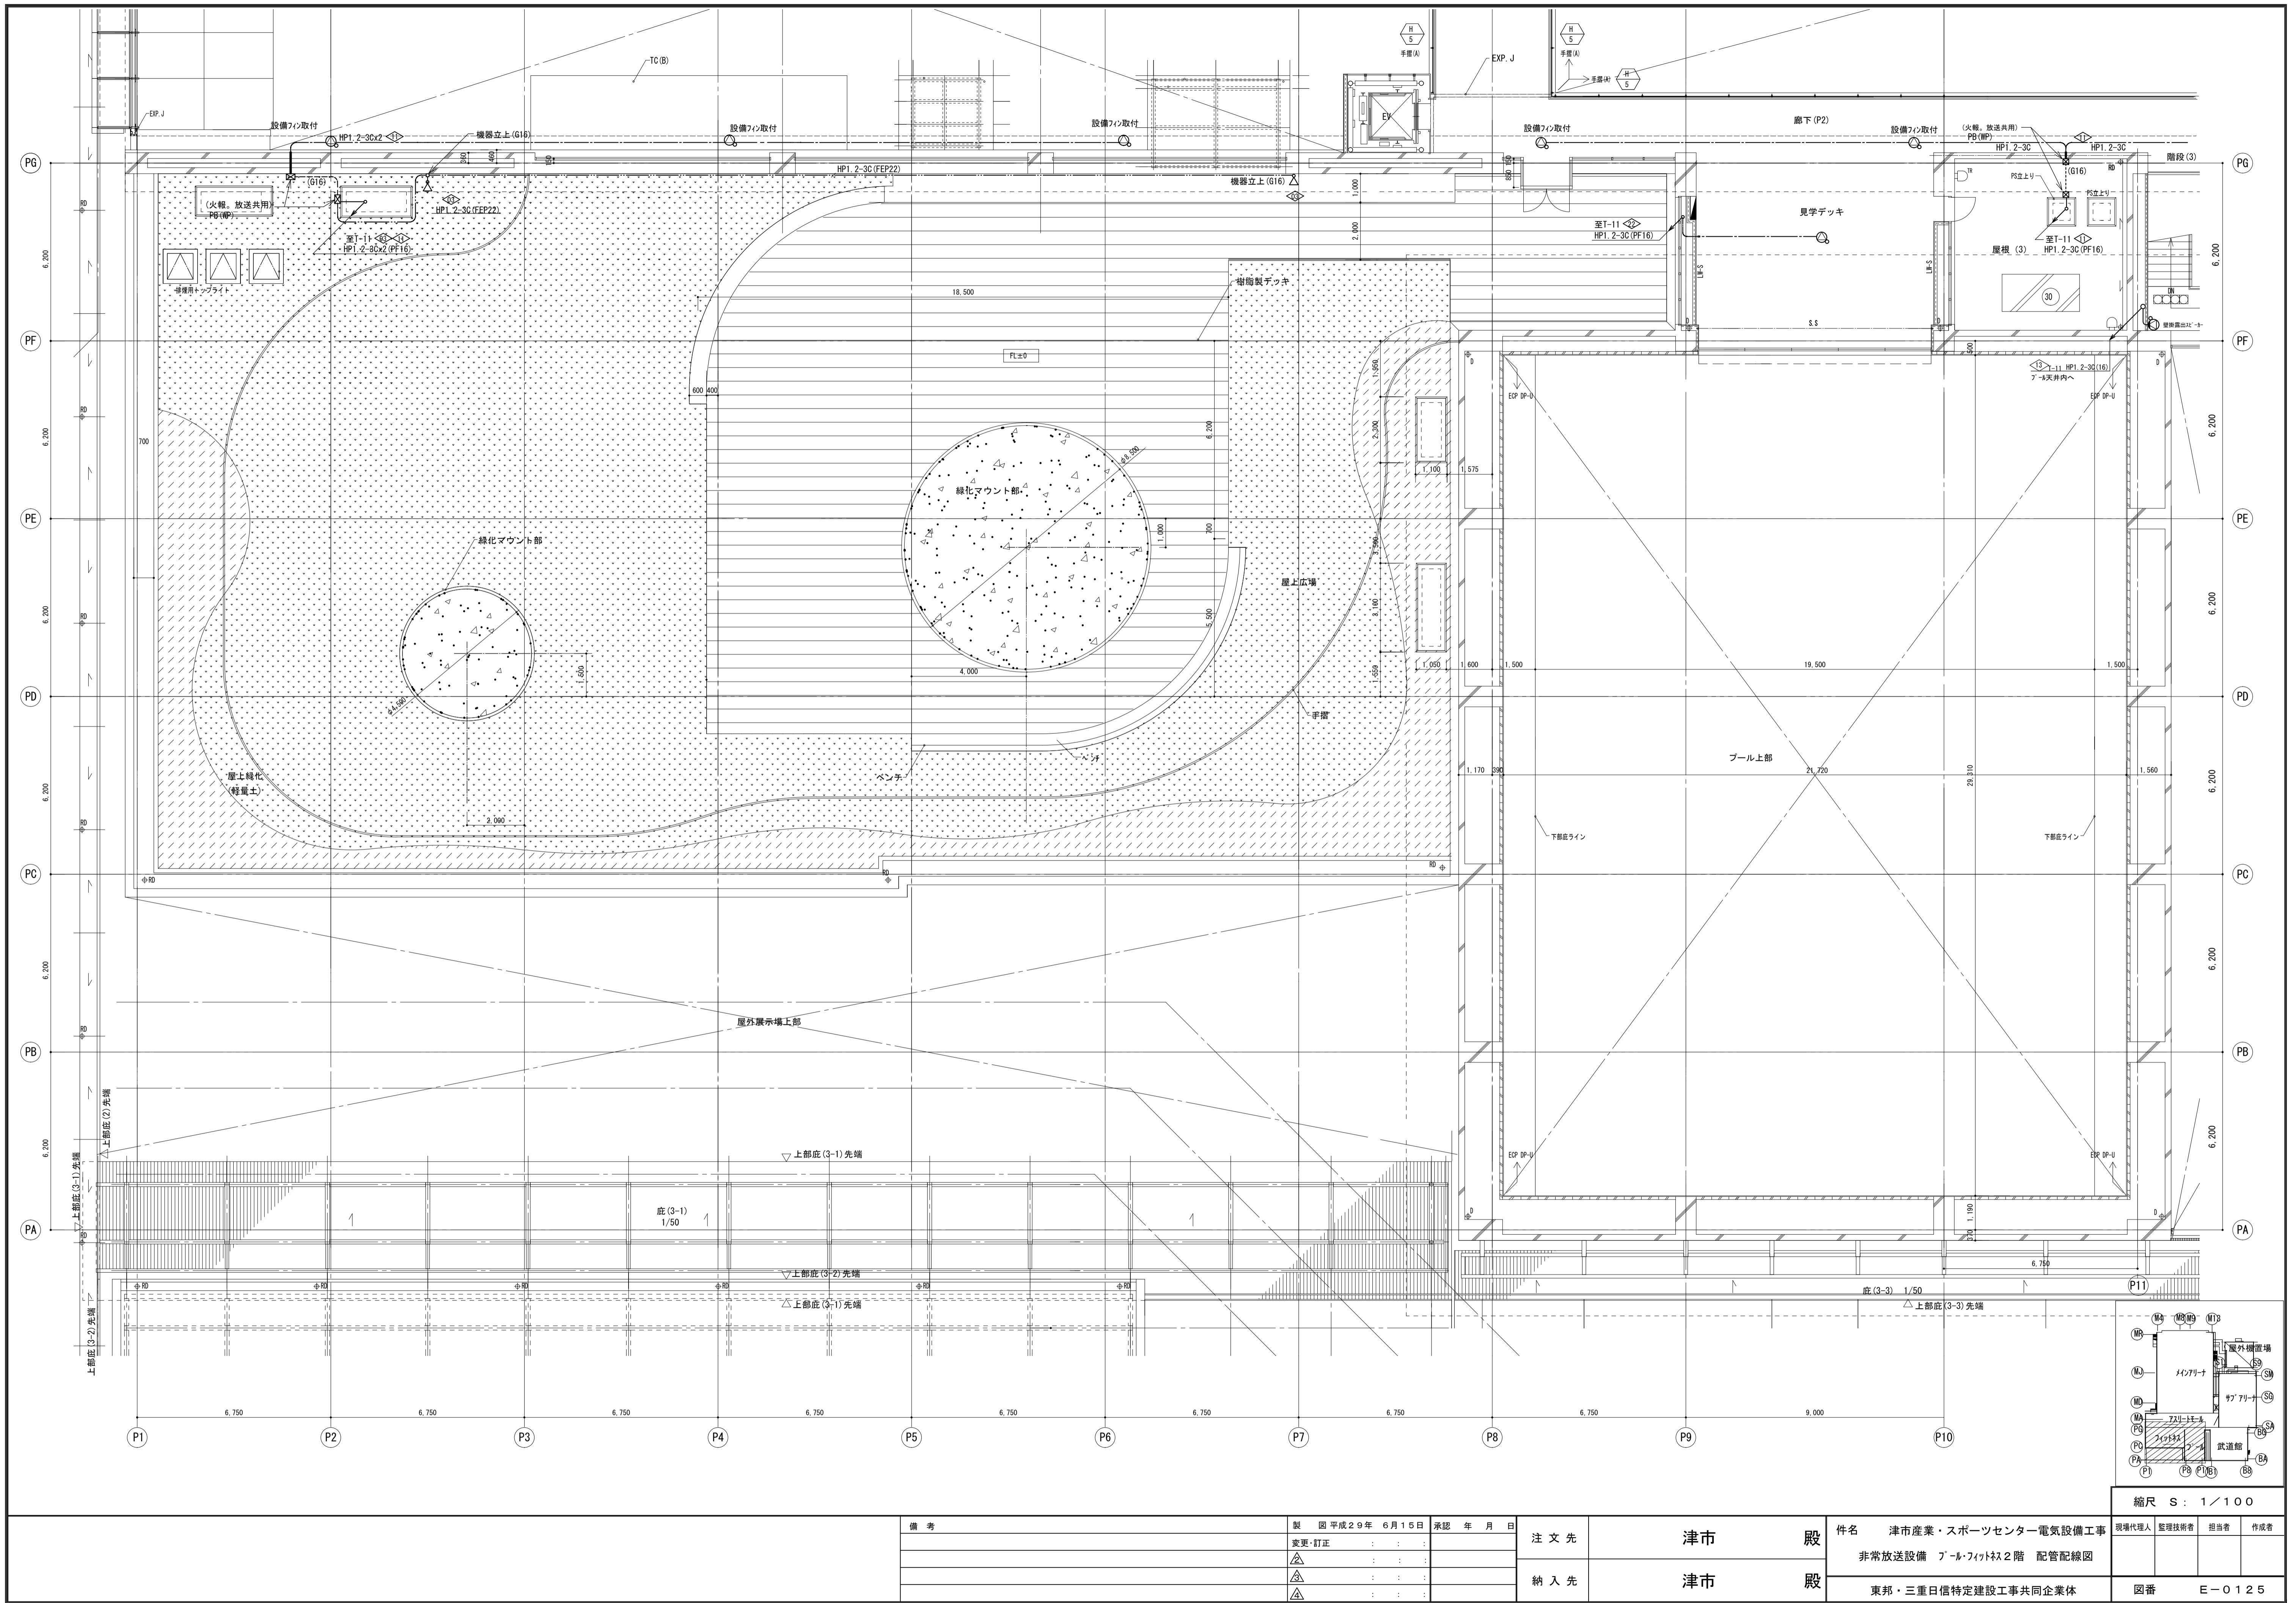

拡 声		
	天井埋込みスピーカー	
	天井埋込みスピーカー(ATT付)	
	壁掛けスピーカー(ATT付)	(一般) H=2500
	WP 防滴型壁掛けスピーカー	
	アンテナータ(0.5W~6W)	(一般) H=1300
耐火区画貫通		
—	HP1.2-3C	PF16
	HP1.2-2C	PF16
— —	天井裏転がし	

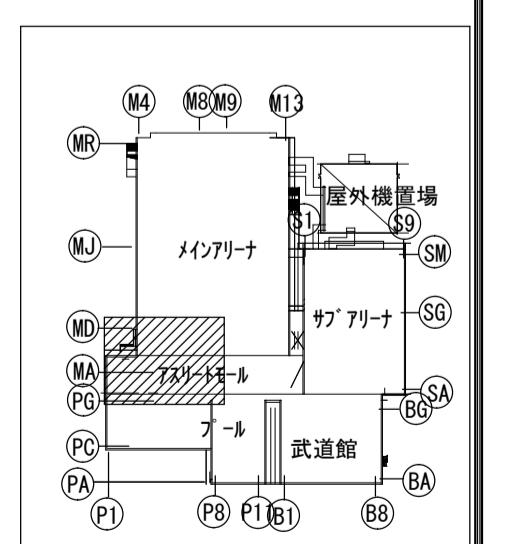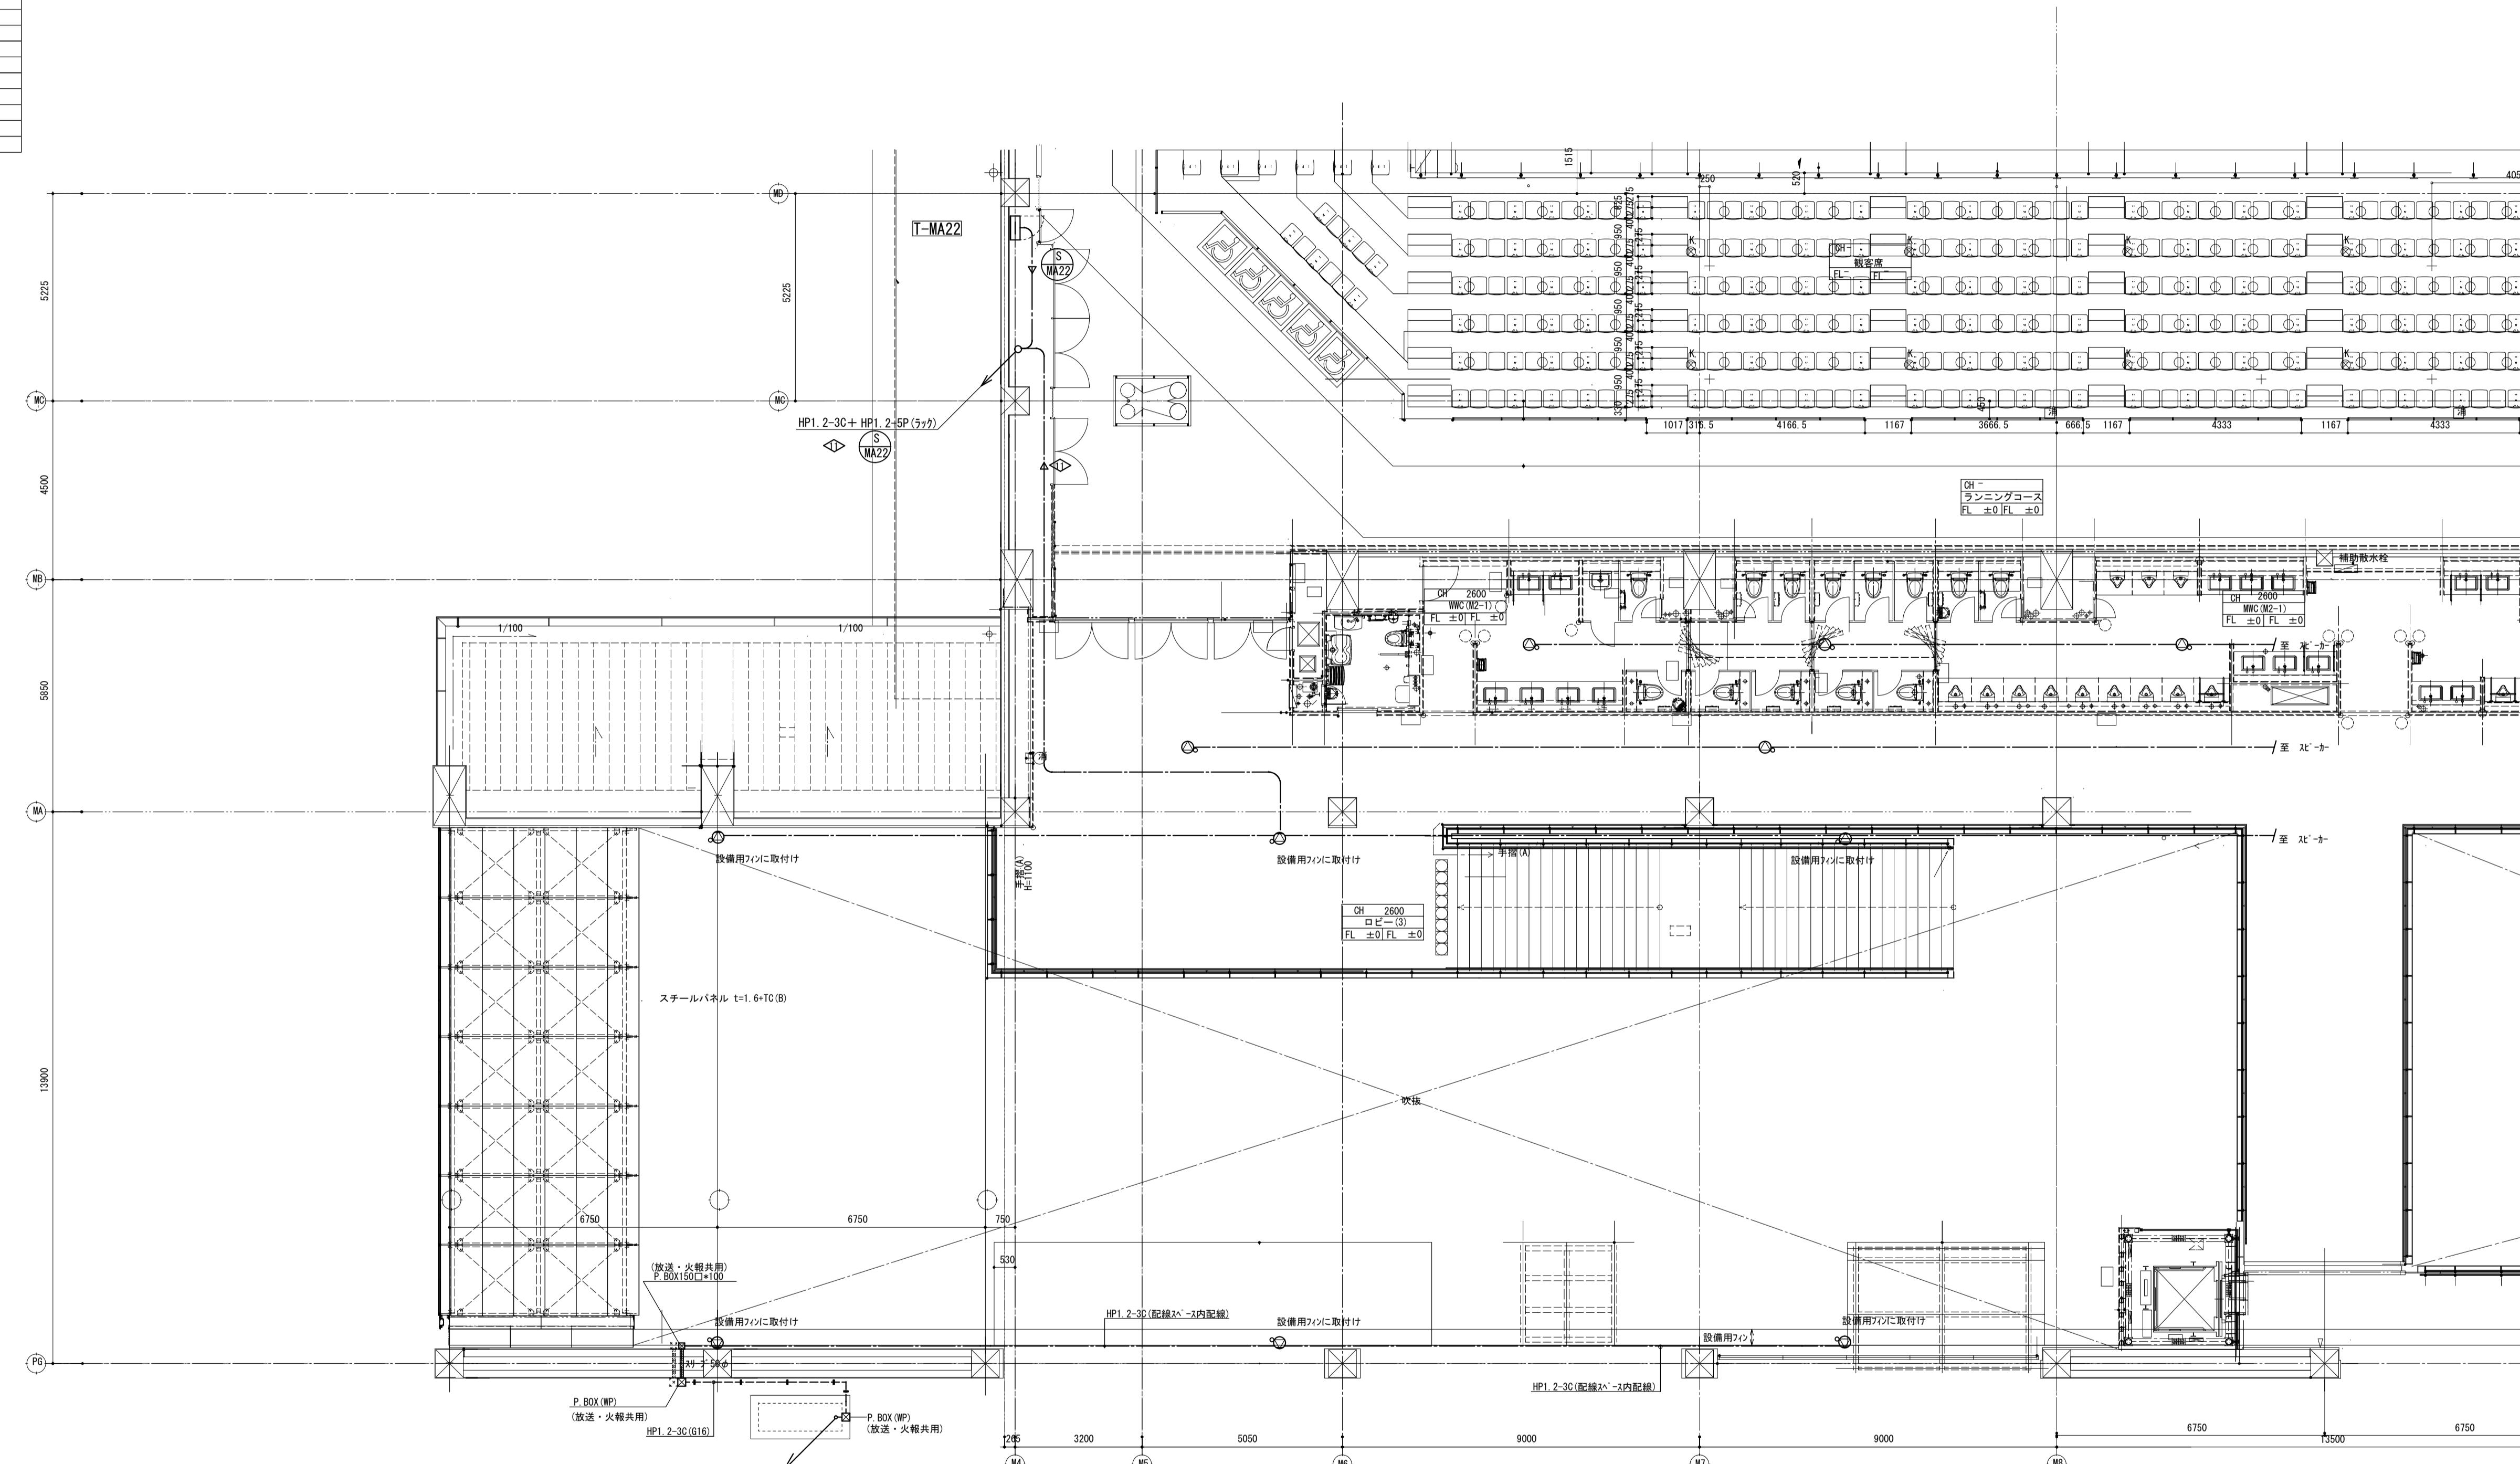


キープラン

縮尺 S : 1/100

現場代理人	監理技術者	担当者	作成者


備 考	製 国 平成29年 6月15日	承認 年 月 日	注 文 先	津市 殿	件名 津市産業・スポーツセンター電気設備工事	現場代理人	監理技術者	担当者	成者
	変更・訂正 : : :				非常放送設備 アリートモール2階 配管配線図その1				
	△2 : : :								
	△3 : : :								
納 入 先	△4 : : :		津市 殿	東邦・三重日信特定建設工事共同企業体	図番	E-0126			

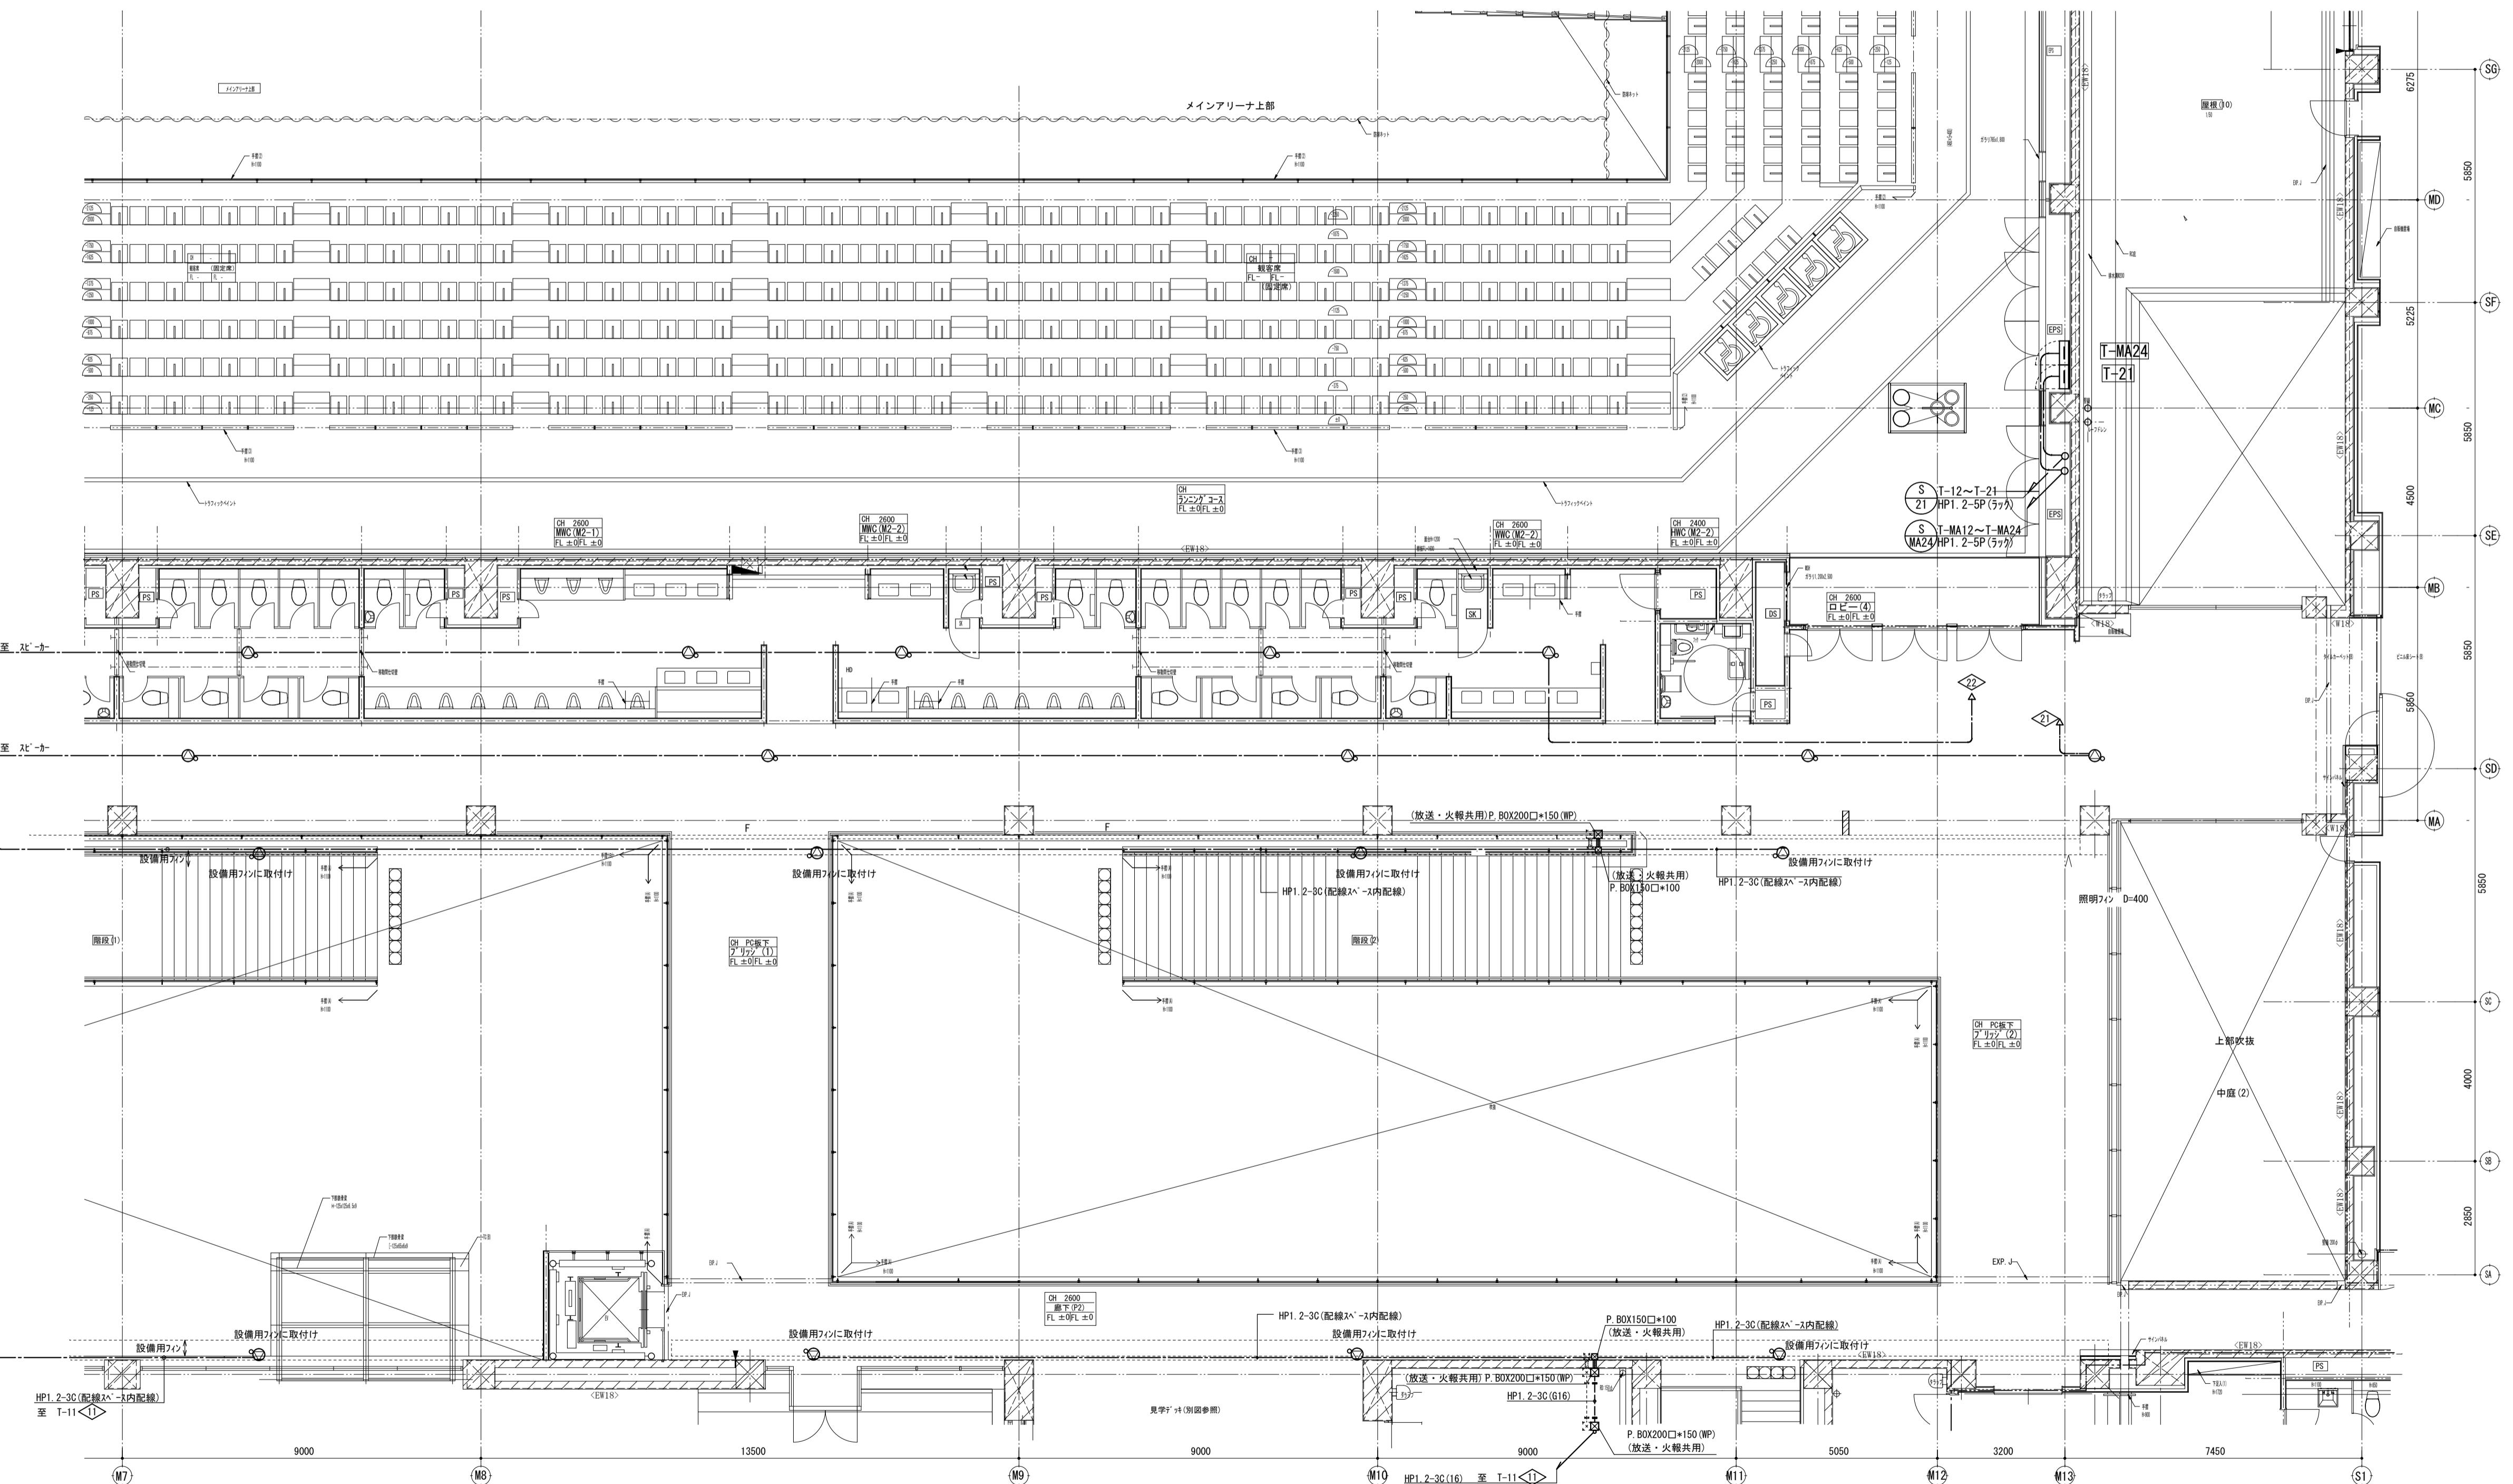

柱	
◎	天井埋込み柱-か-
◎	天井埋込み柱-か(ATT付)
◎	壁掛柱-か(ATT付)
◎	一般 H=2500
◎	防滴型壁掛柱-か
△	アラタ- (0.5W~6W)
△	一般 H=1300
■	耐火区画貫通


括弧	
HP1.2-3C	PF16
HP1.2-2C	PF16
天井表記がし	

※経量間仕切り内はPF管配管とする。

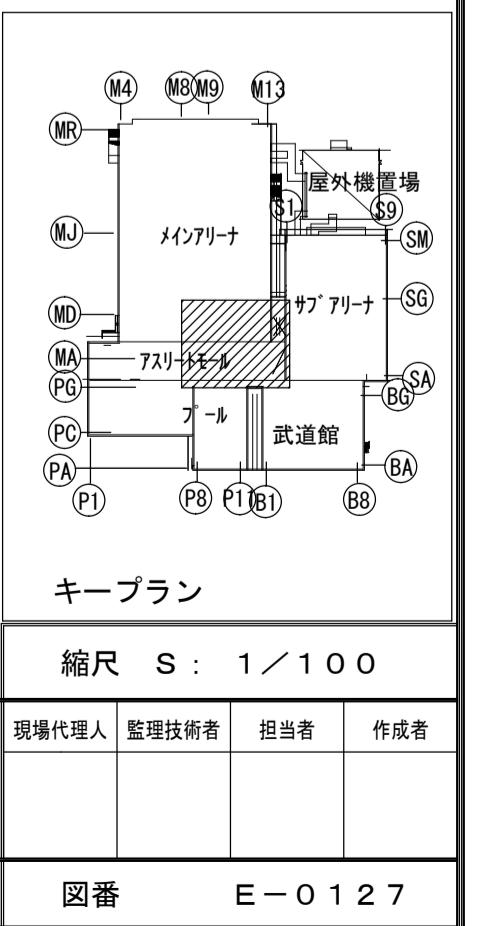


備考	製図 平成29年 6月15日 承認年月日			注文先 津市殿	件名 津市産業・スポーツセンター電気設備工事 非常放送設備 7ストリーム2階 配管記録図その2	現場代理人	監理技術者	担当者	作成者
	変更・訂正	：	：		：				
△	：	：	：	納入先 津市殿	東邦・三重日信特定建設工事共同企業体	図番 E-0127			
△	：	：	：	△	△	△	△	△	△

誘導灯信号系統図

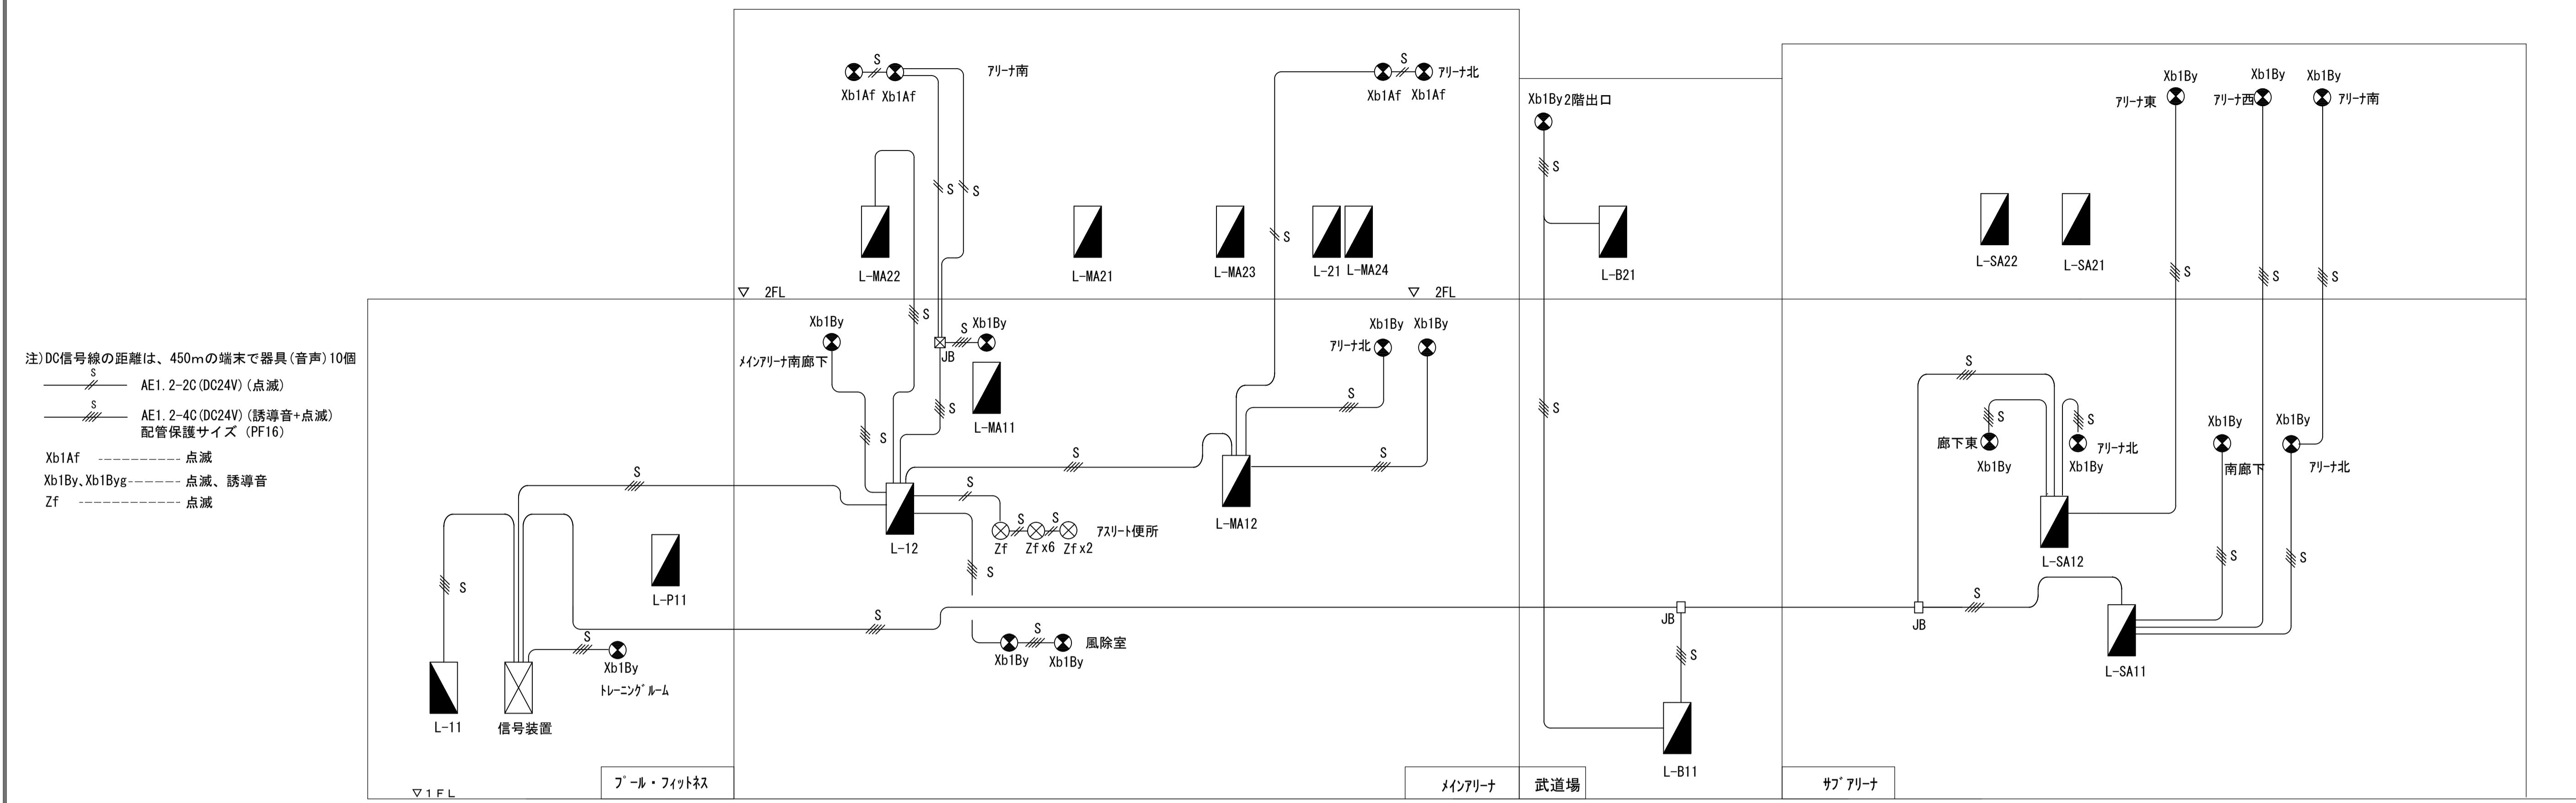


誘導灯信号装置結線図

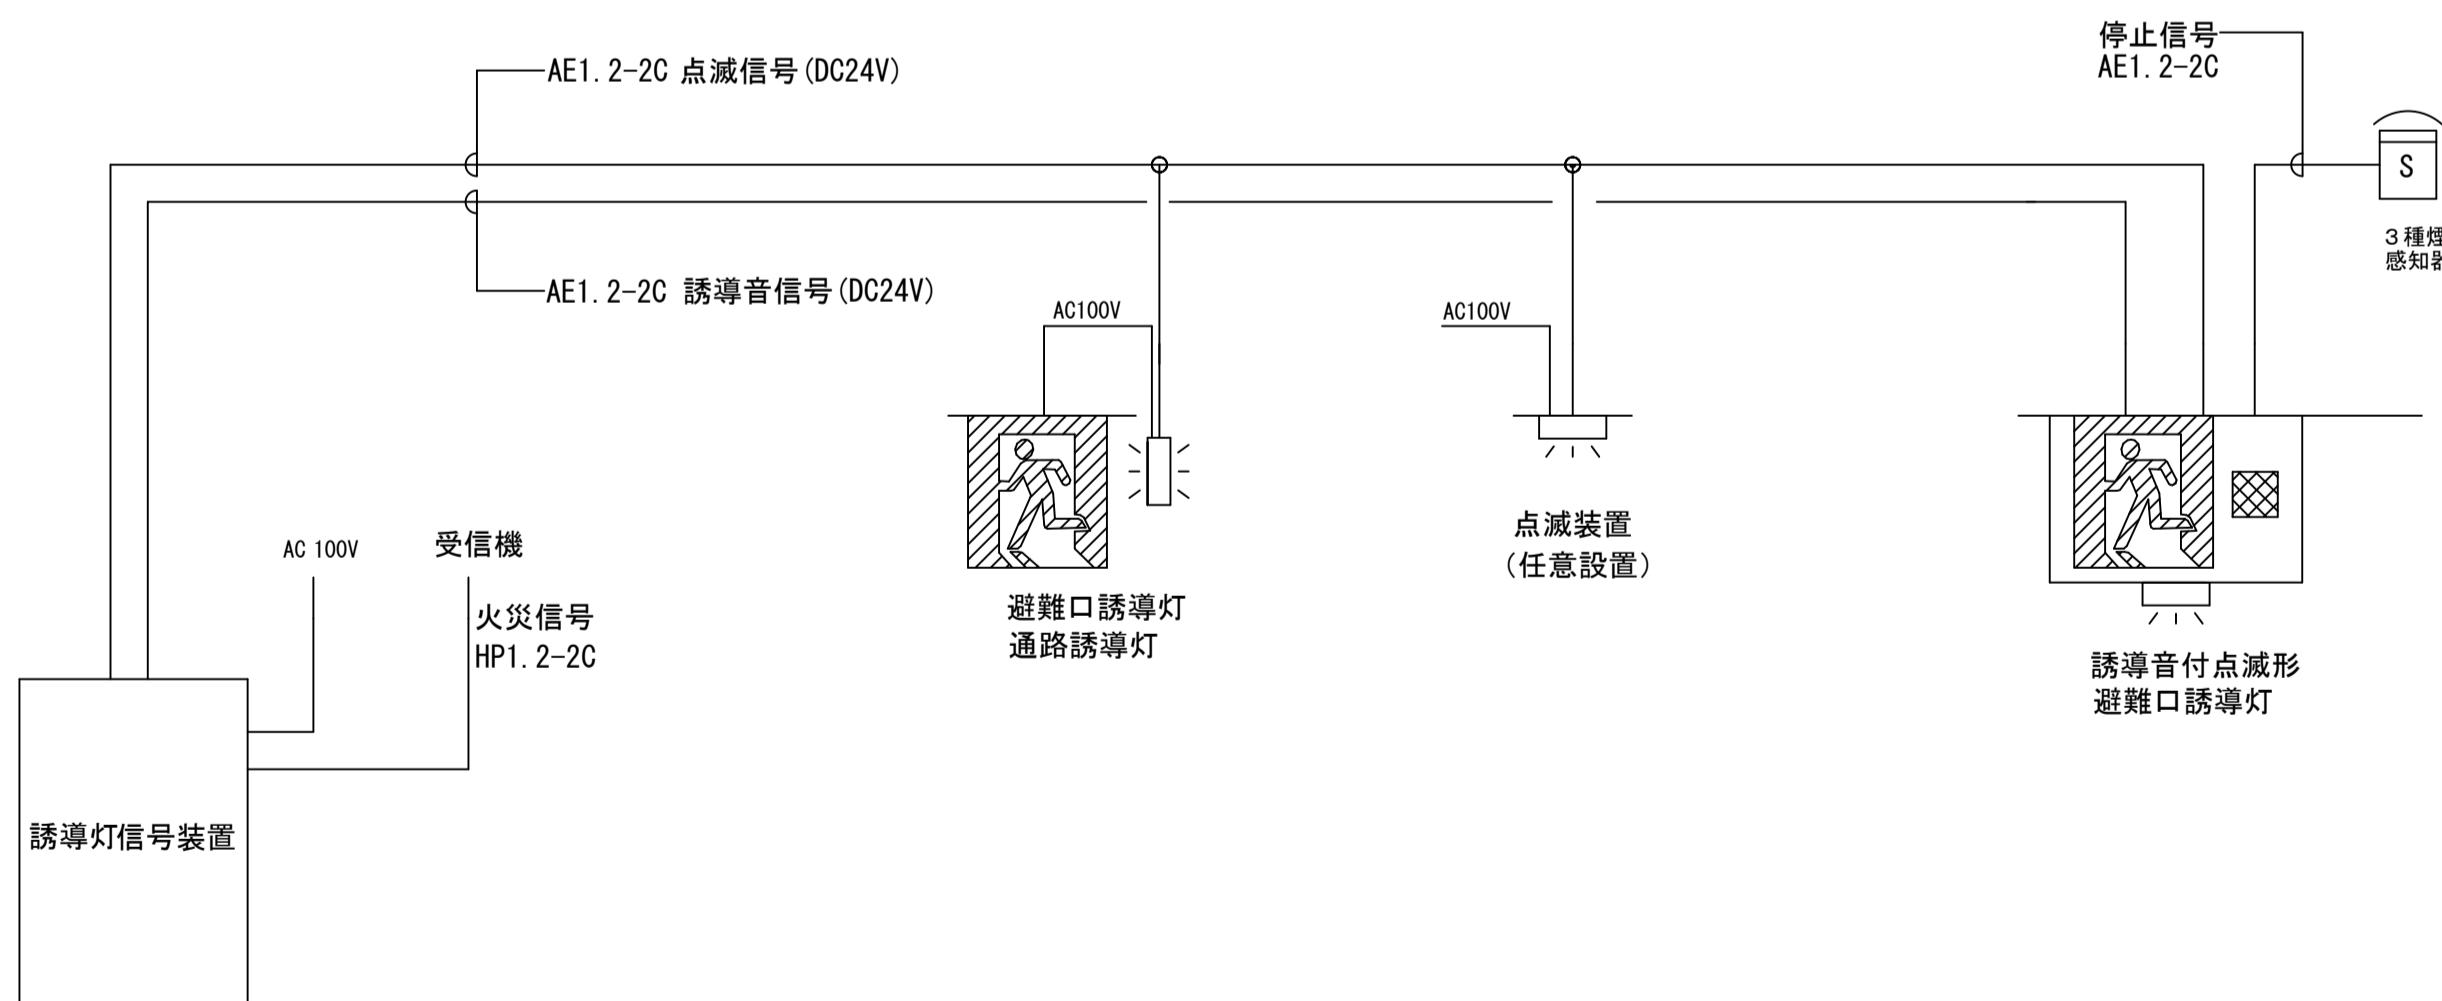



中央監視室に設置


非常灯渡配線図

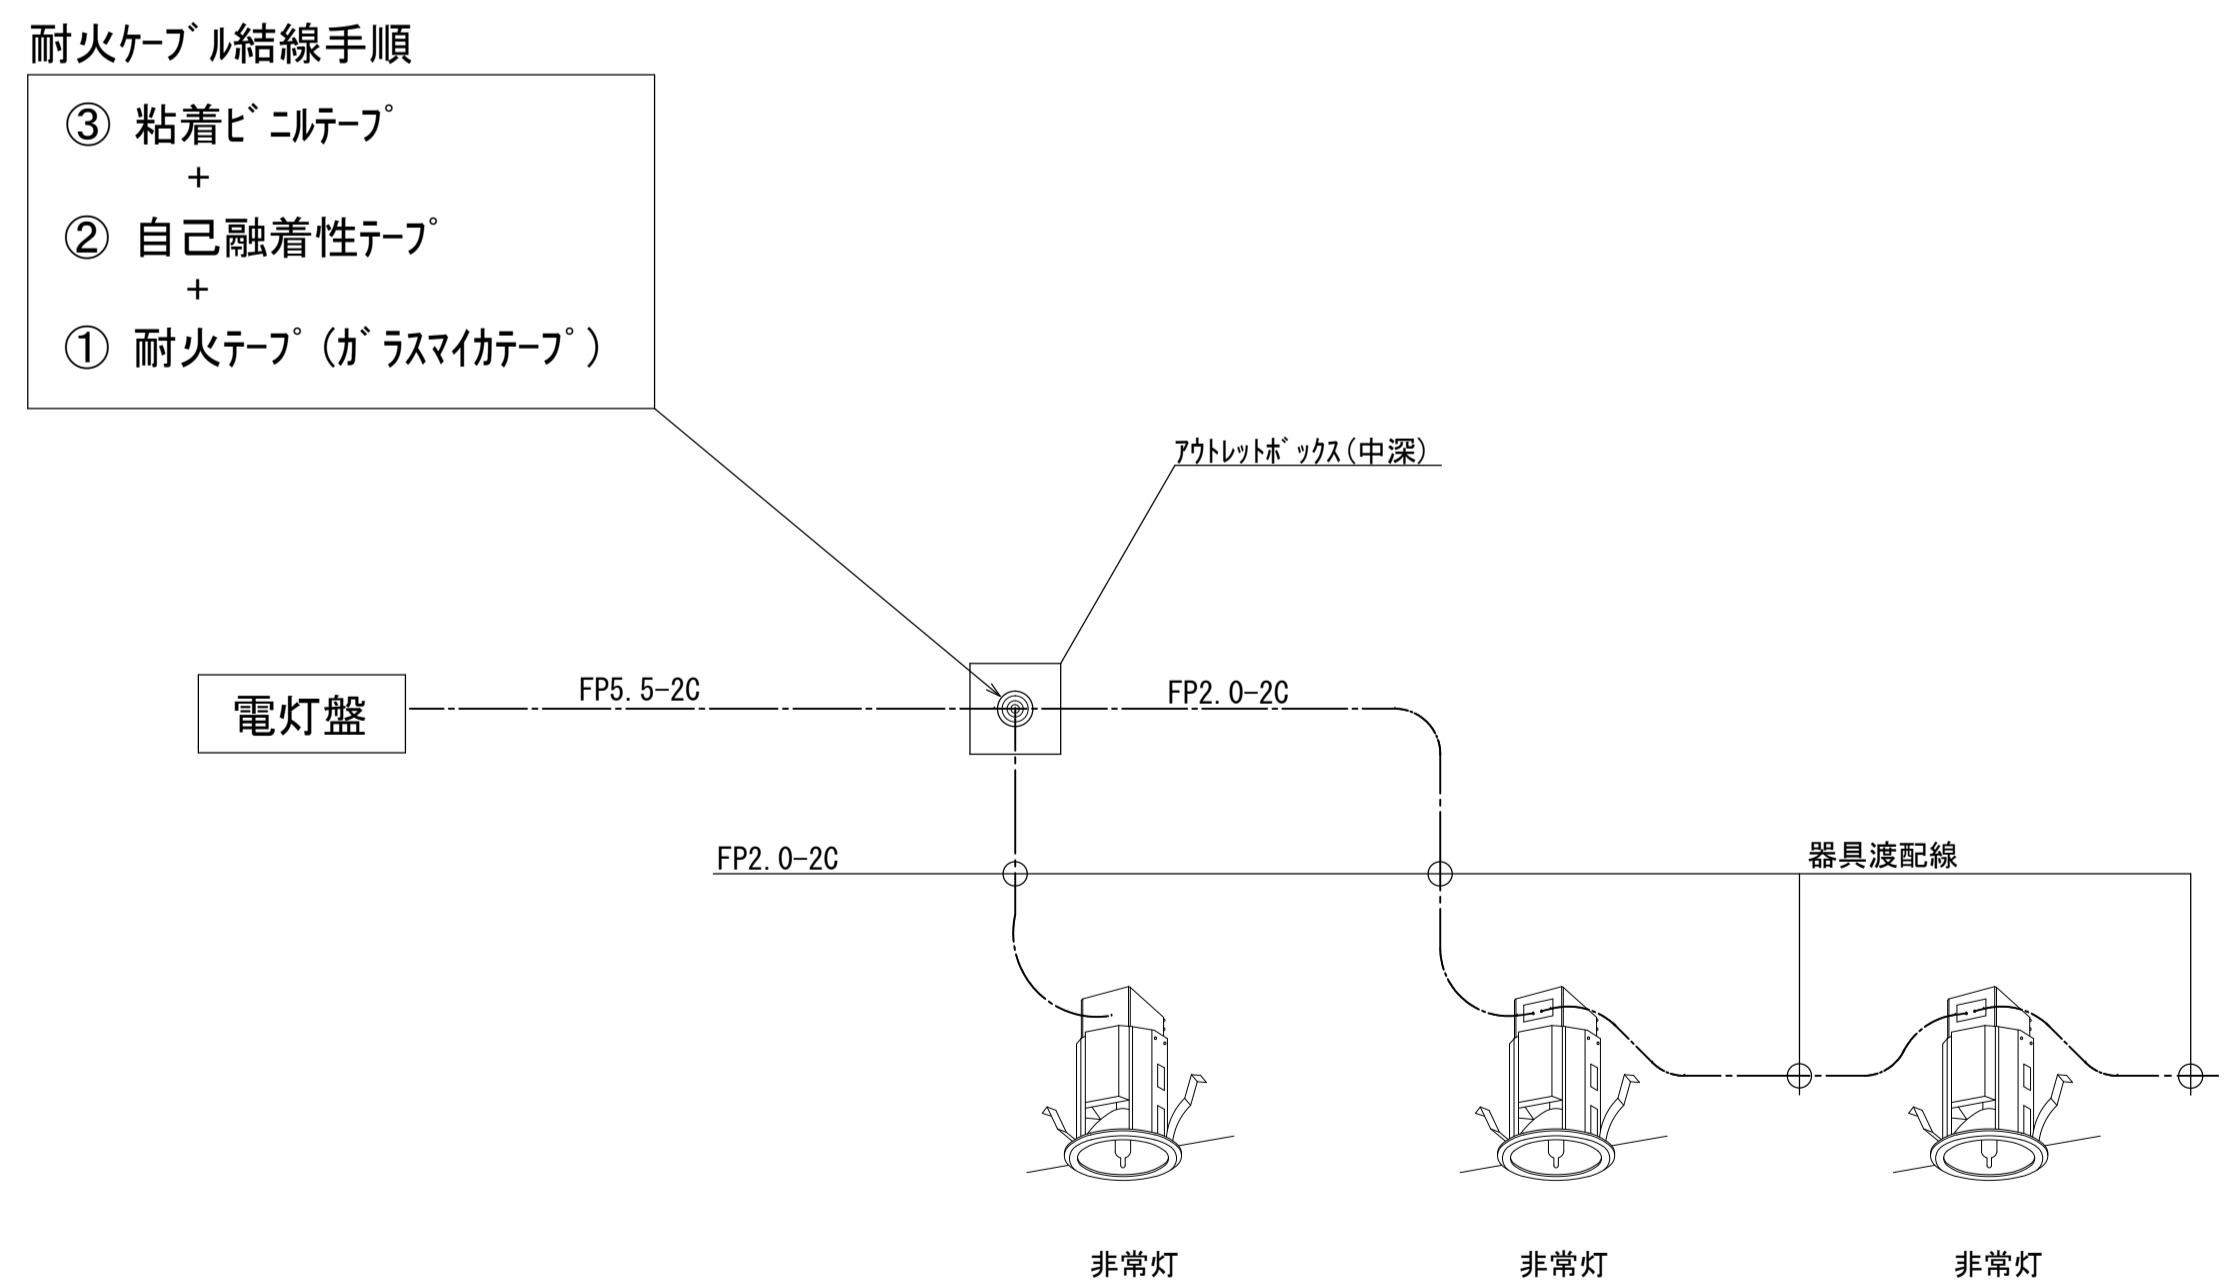


				縮尺 S : NO					
				備 考					
				製 図 平成 2 9 年 6 月 8 日 承 認 年 月 日		現場代理人 監理技術者 担当者 作業者			
				変更・訂正 :					
				△2 :					
				△3 :					
				△4 :					
備 考				件名 津市産業・スポーツセンター電気設備工事 防災設備 誘導灯信号系図・信号装置結線図 非常灯渡酒線図					
備 考				注 文 先					
備 考				津市 殿					
備 考				備 考					
備 考				津市 殿					
備 考				備 考					
備 考				備 考					
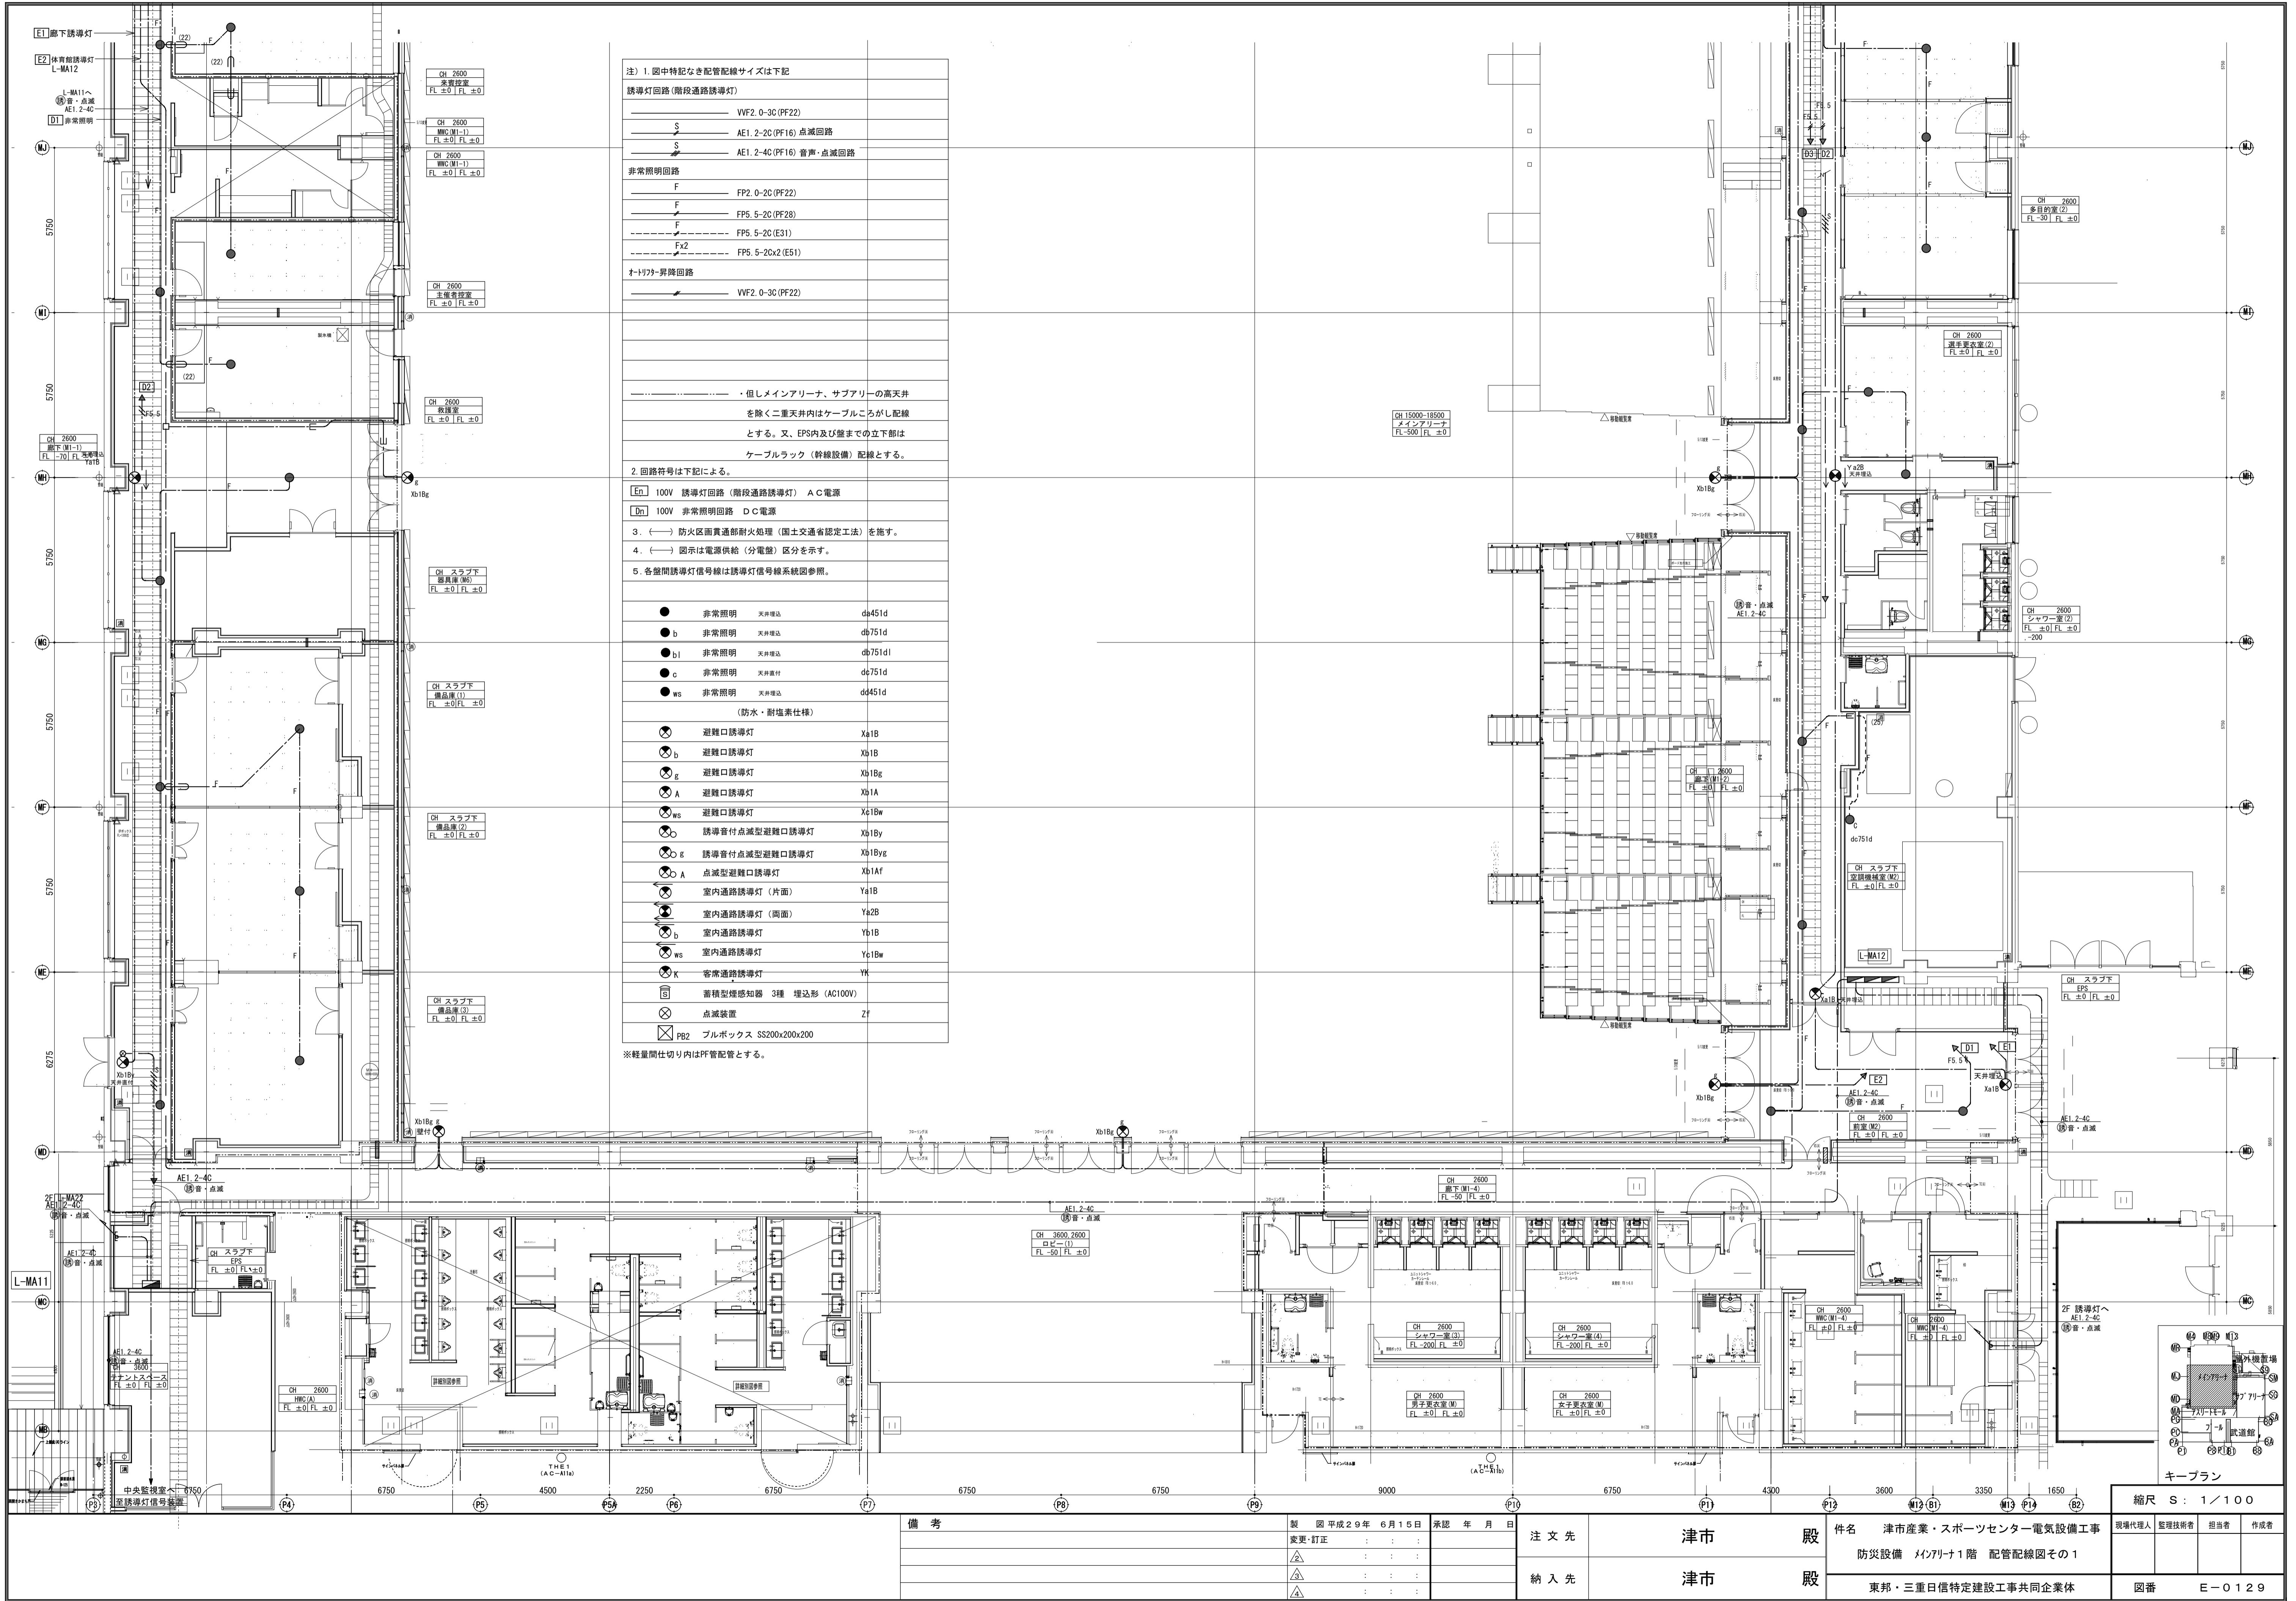


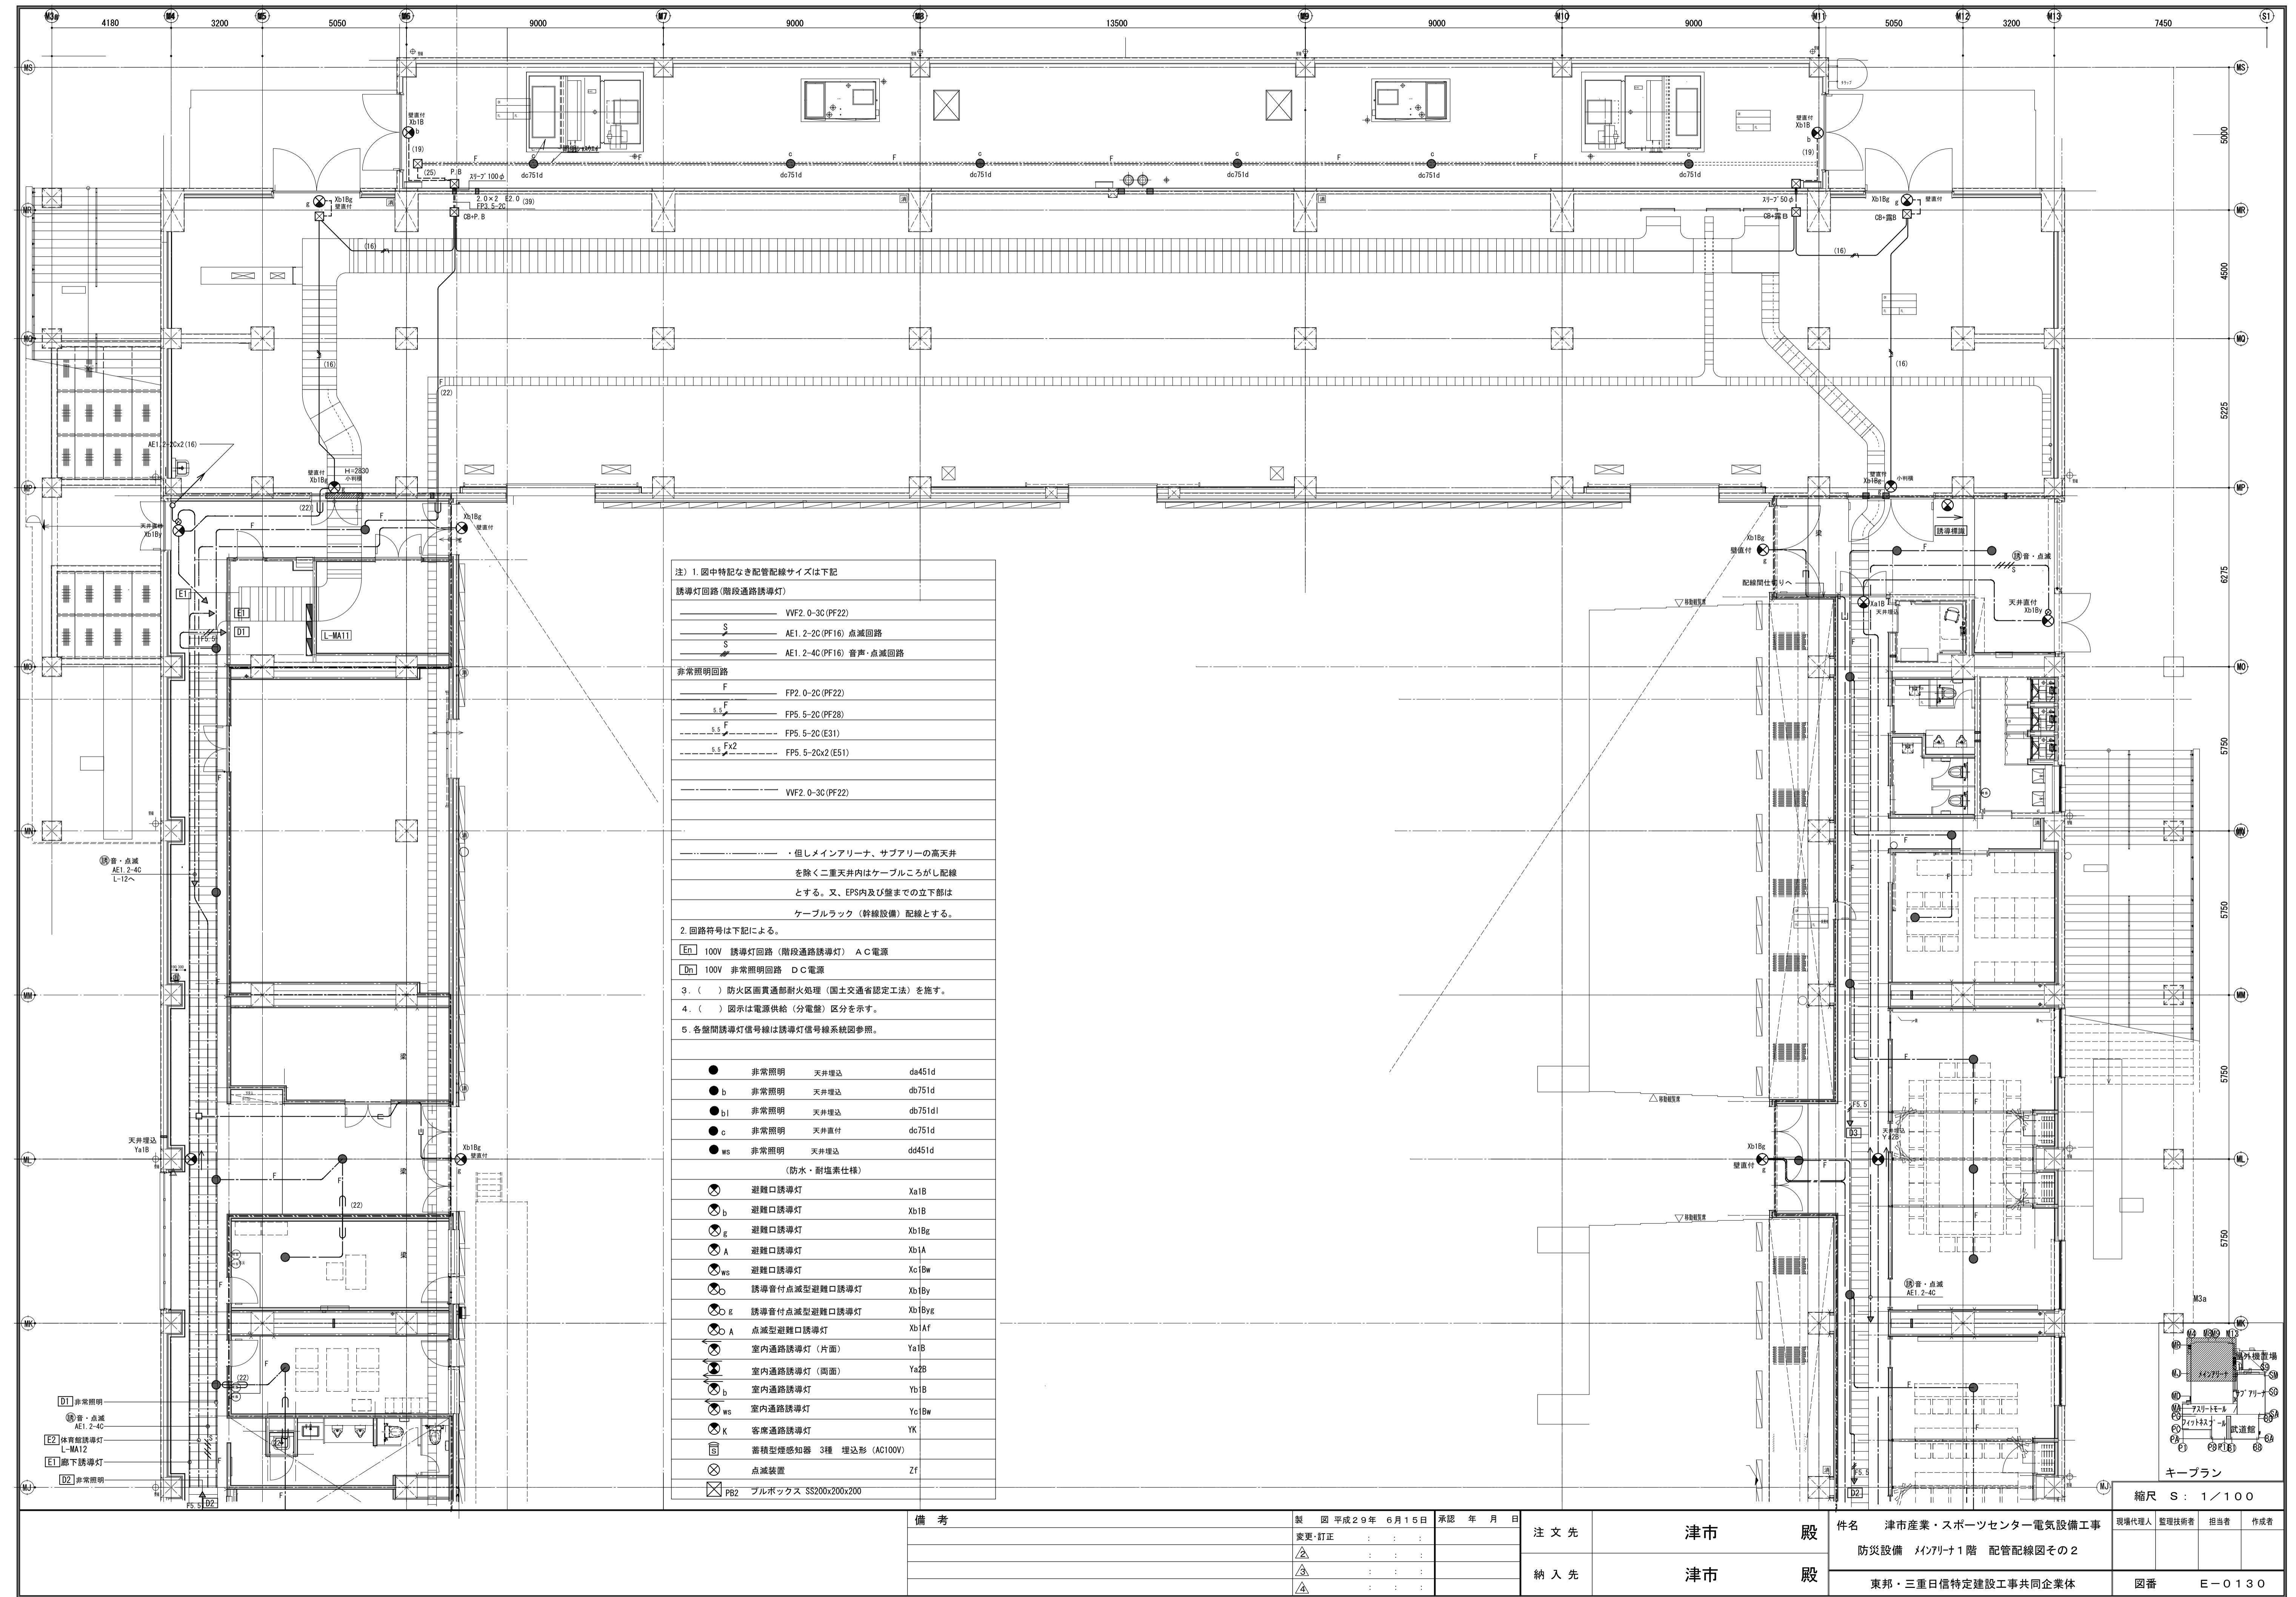


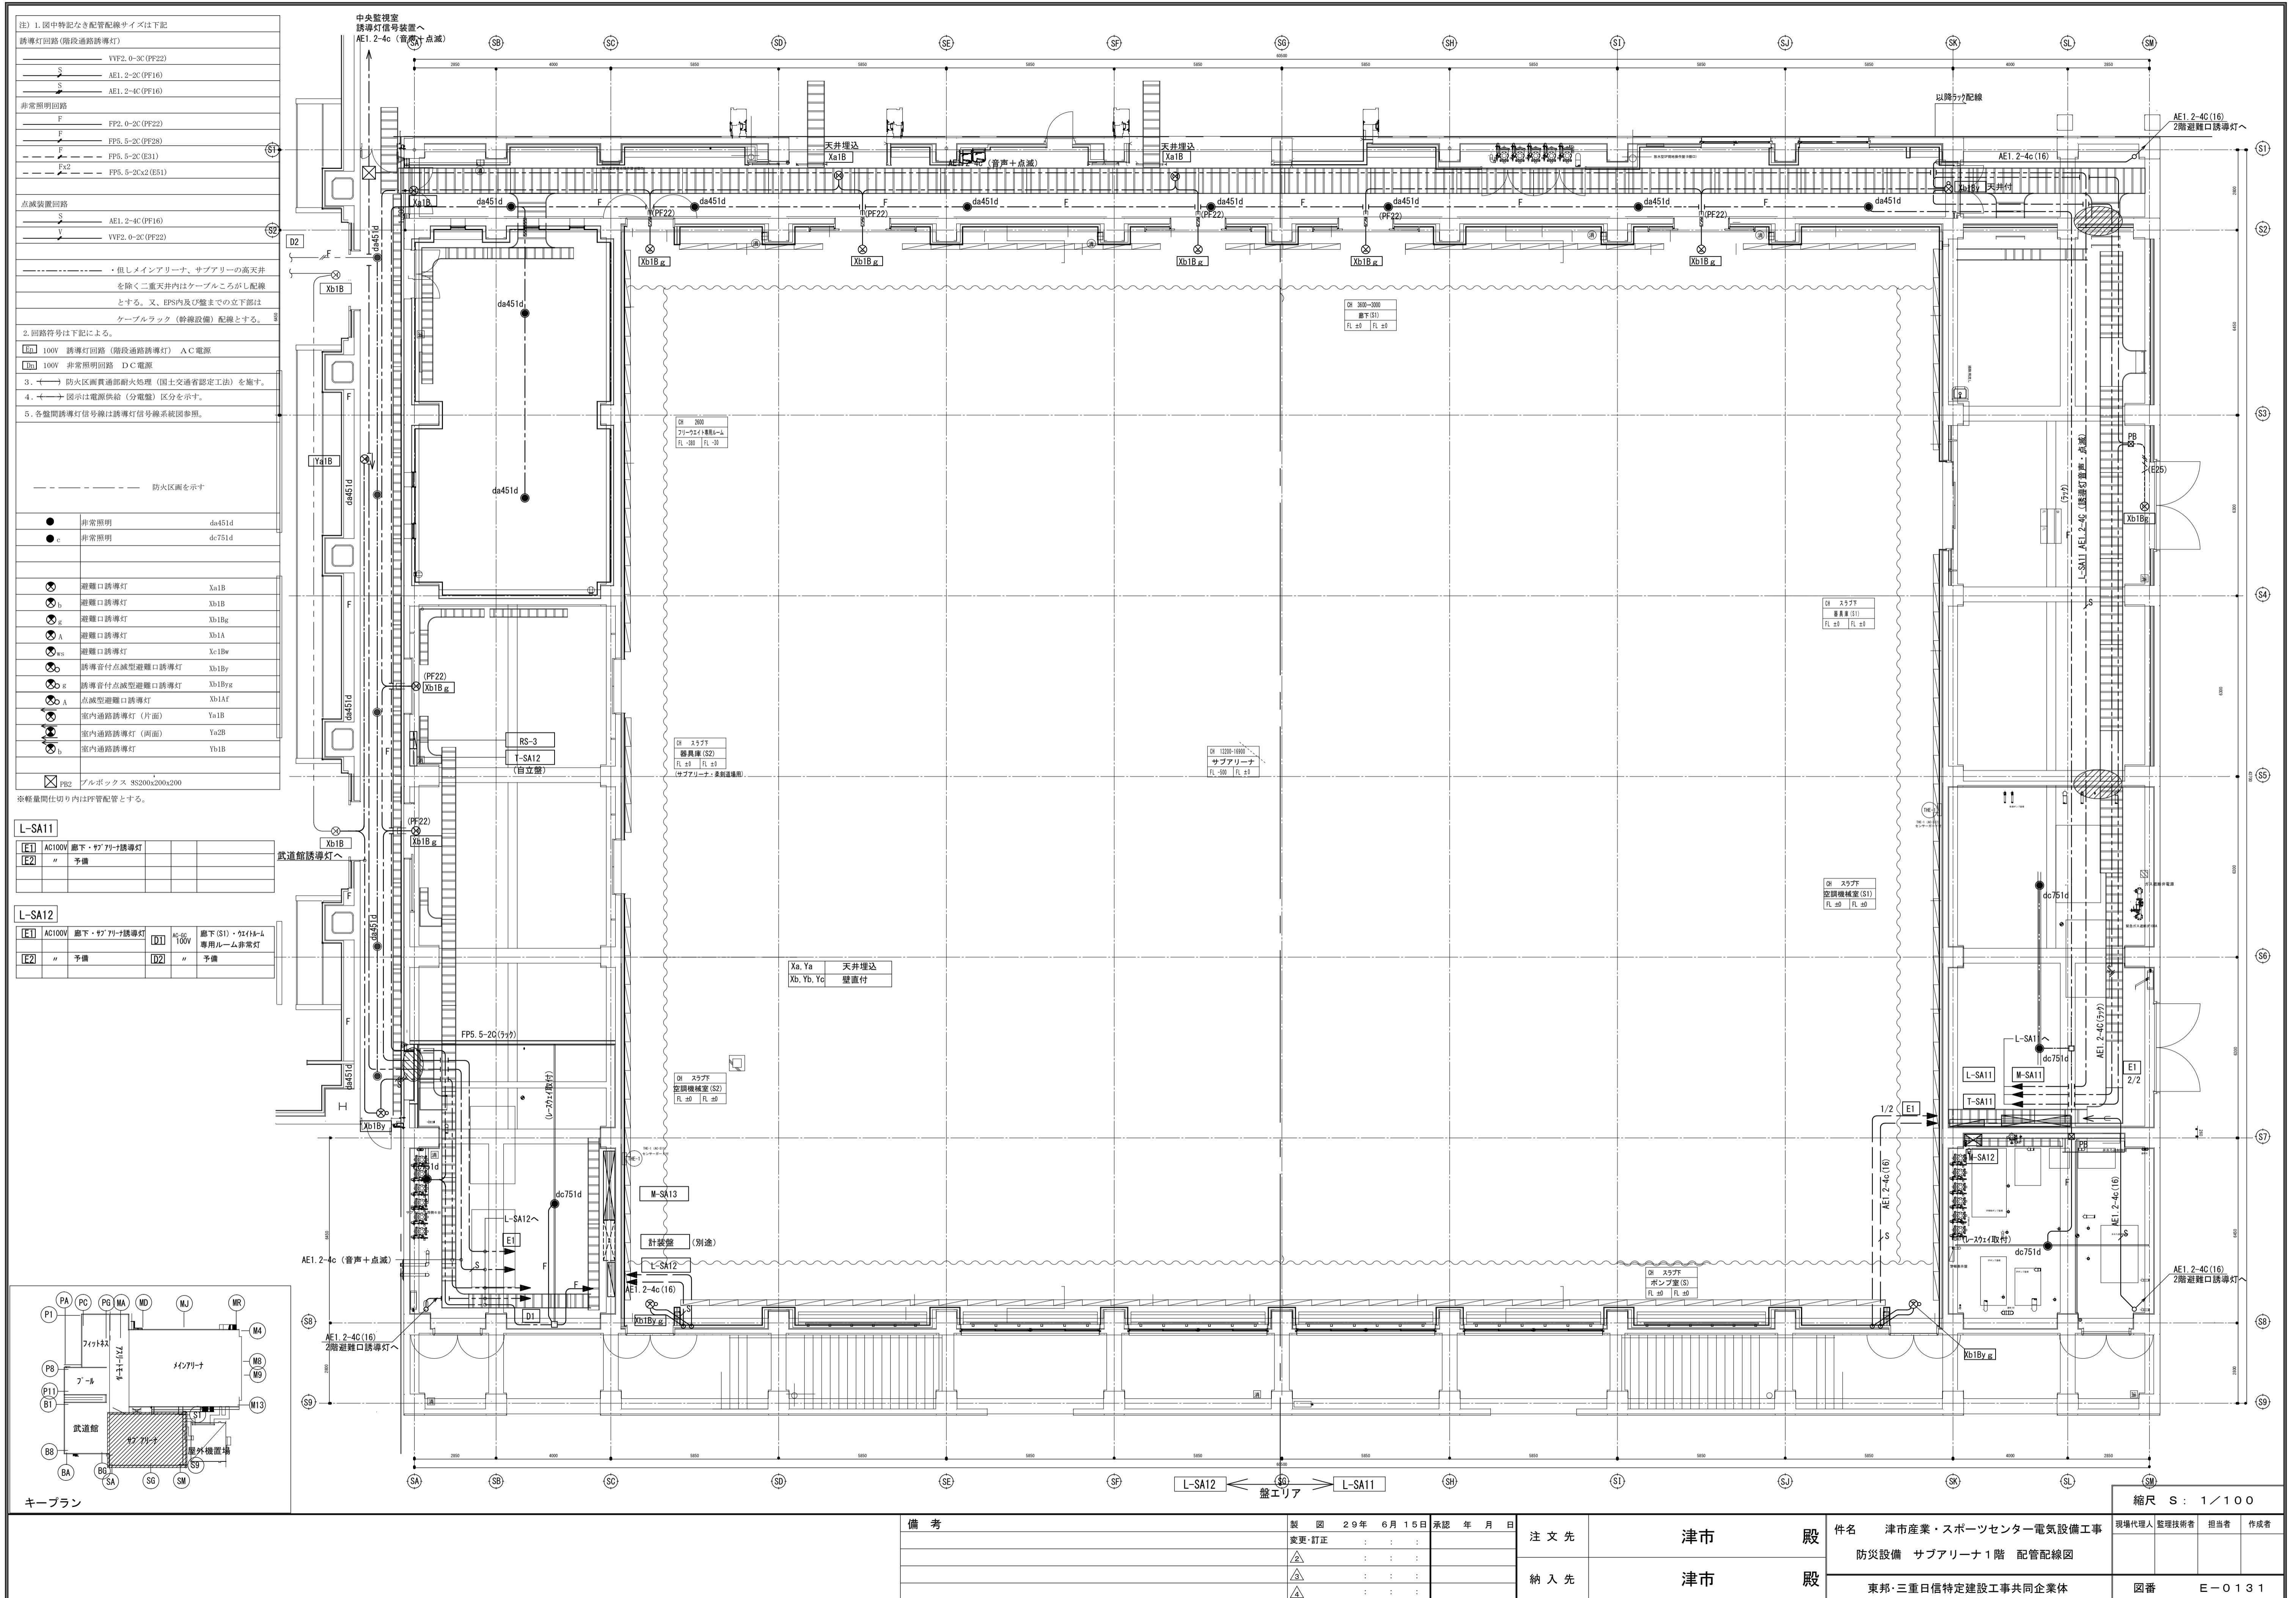

注) 1. 図中特記なき配管配線サイズは下記	
誘導灯回路(階段通路誘導灯)	
S	VVF2.0-3C(PF22)
S	AE1.2-2C(PF16)
S	AE1.2-4C(PF16)
非常照明回路	
F	FP2.0-2C(PF22)
5.5F	FP5.5-2C(PF28)
5.5F	FP5.5-2C(E31)
5.5Fx2	FP5.5-2Cx2(E51)
点滅装置回路	
S	AE1.2-2C(PF16)
S	AE1.2-4C(PF16)
V	VVF2.0-2C(PF22)
・但しメインアリーナ、サブアリーナの高天井 を除く二重天井内はケーブルころがし配線 とする。又、EPS内及び盤までの立下部は ケーブルラック(幹線設備)配線とする。	
2. 回路符号は下記による。	
[En]	100V 誘導灯回路(階段通路誘導灯) AC電源
[Dn]	100V 非常照明回路 DC電源
3. (一) 防火区画貫通部耐火処理(国土交通省認定工法)を施す。	
4. (一) 図示は電源供給(分電盤)区分を示す。	
5. 各盤間誘導灯信号線は誘導灯信号線系統図参照。	
Xa, Ya . . . 天井埋込	
Xb, Yc . . . 壁直付	

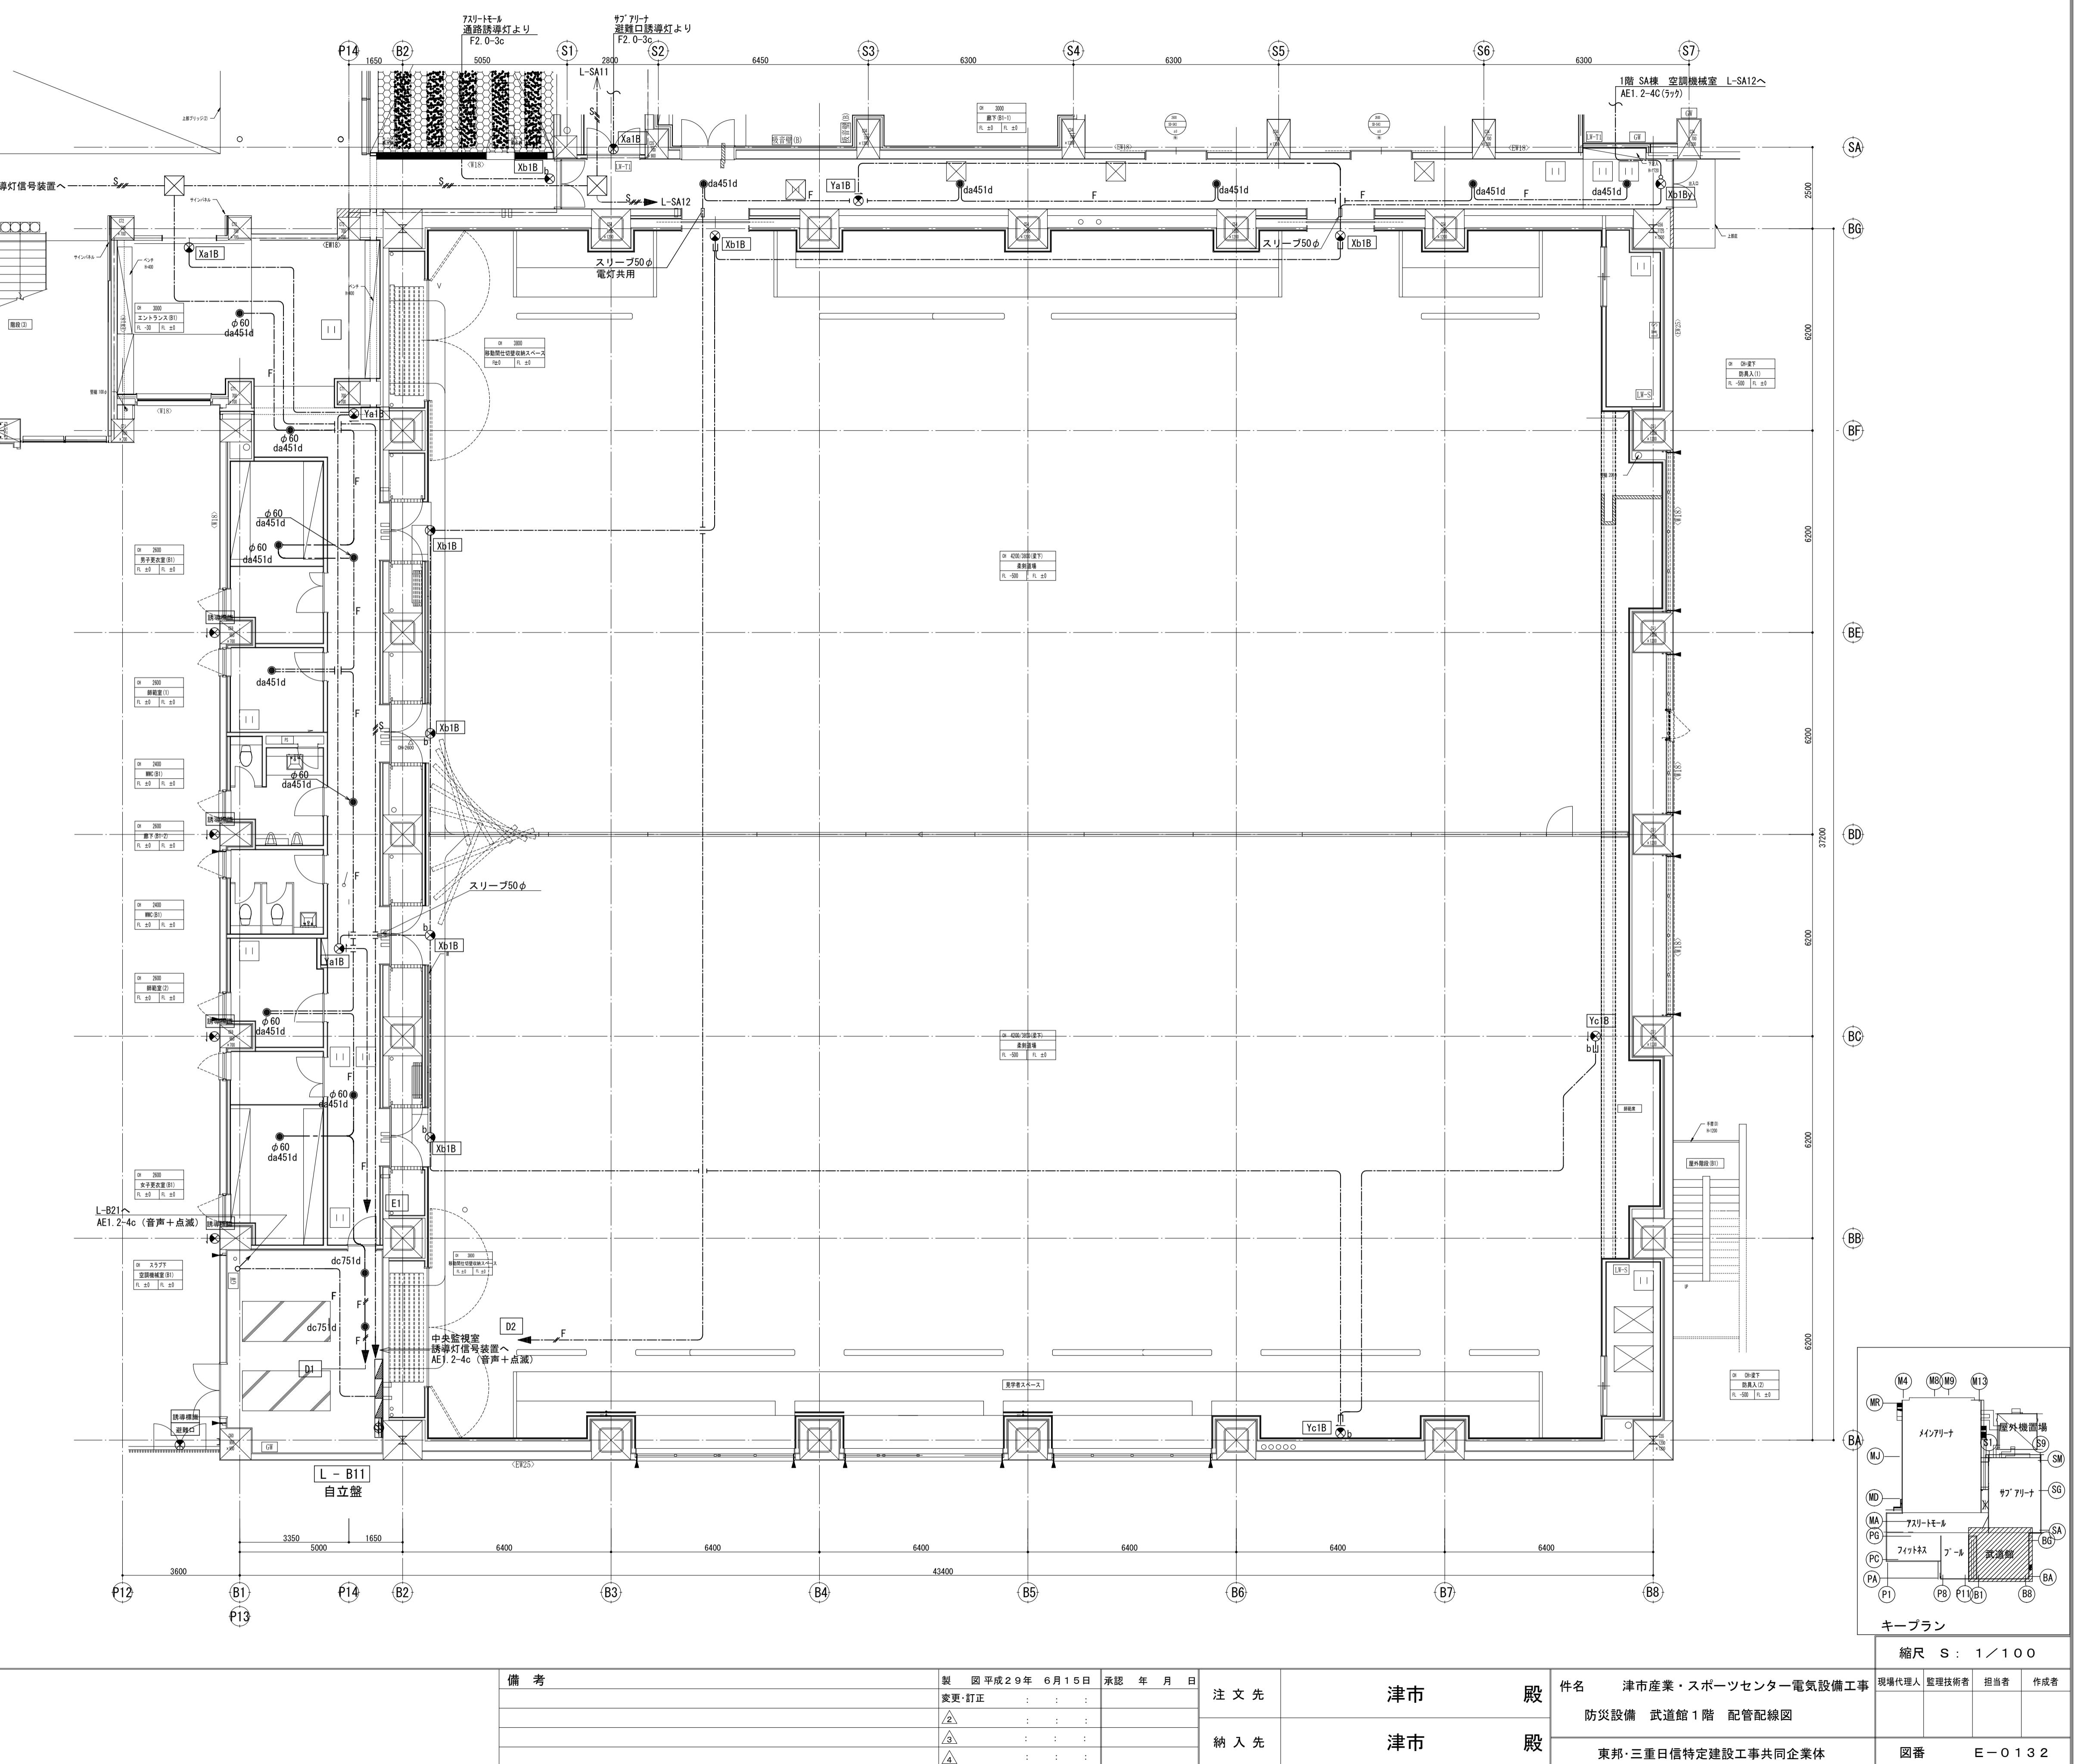

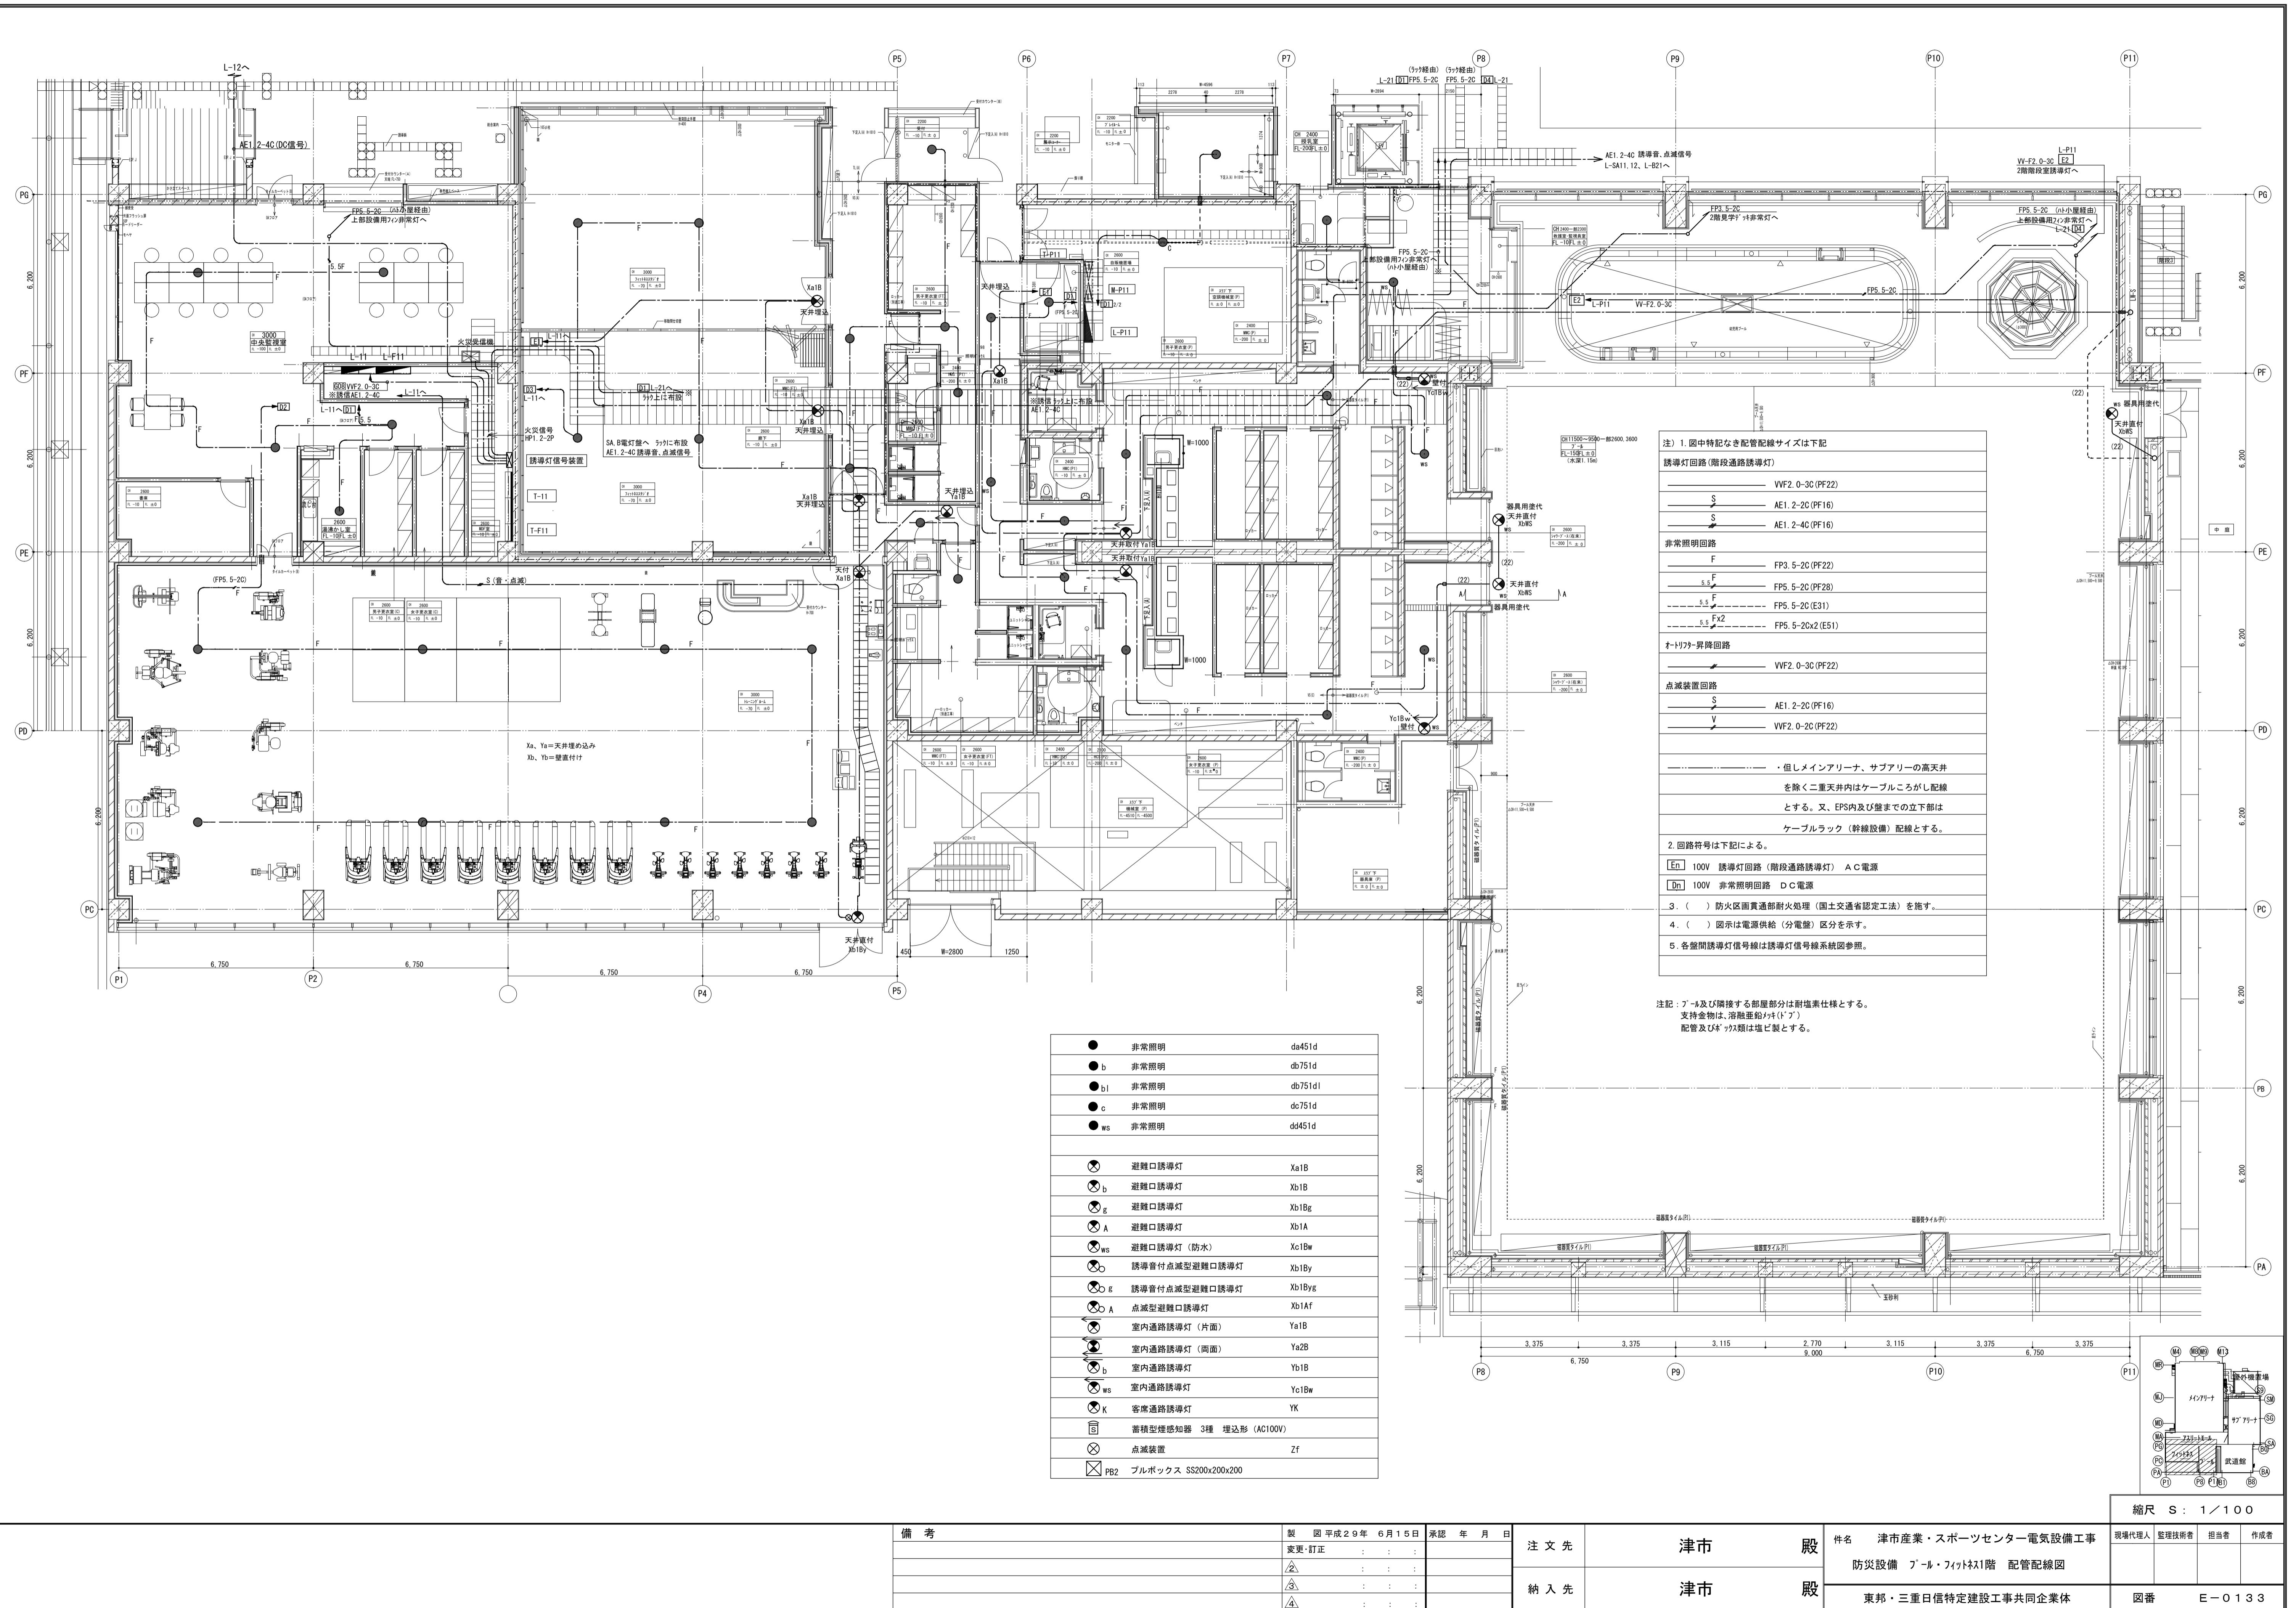

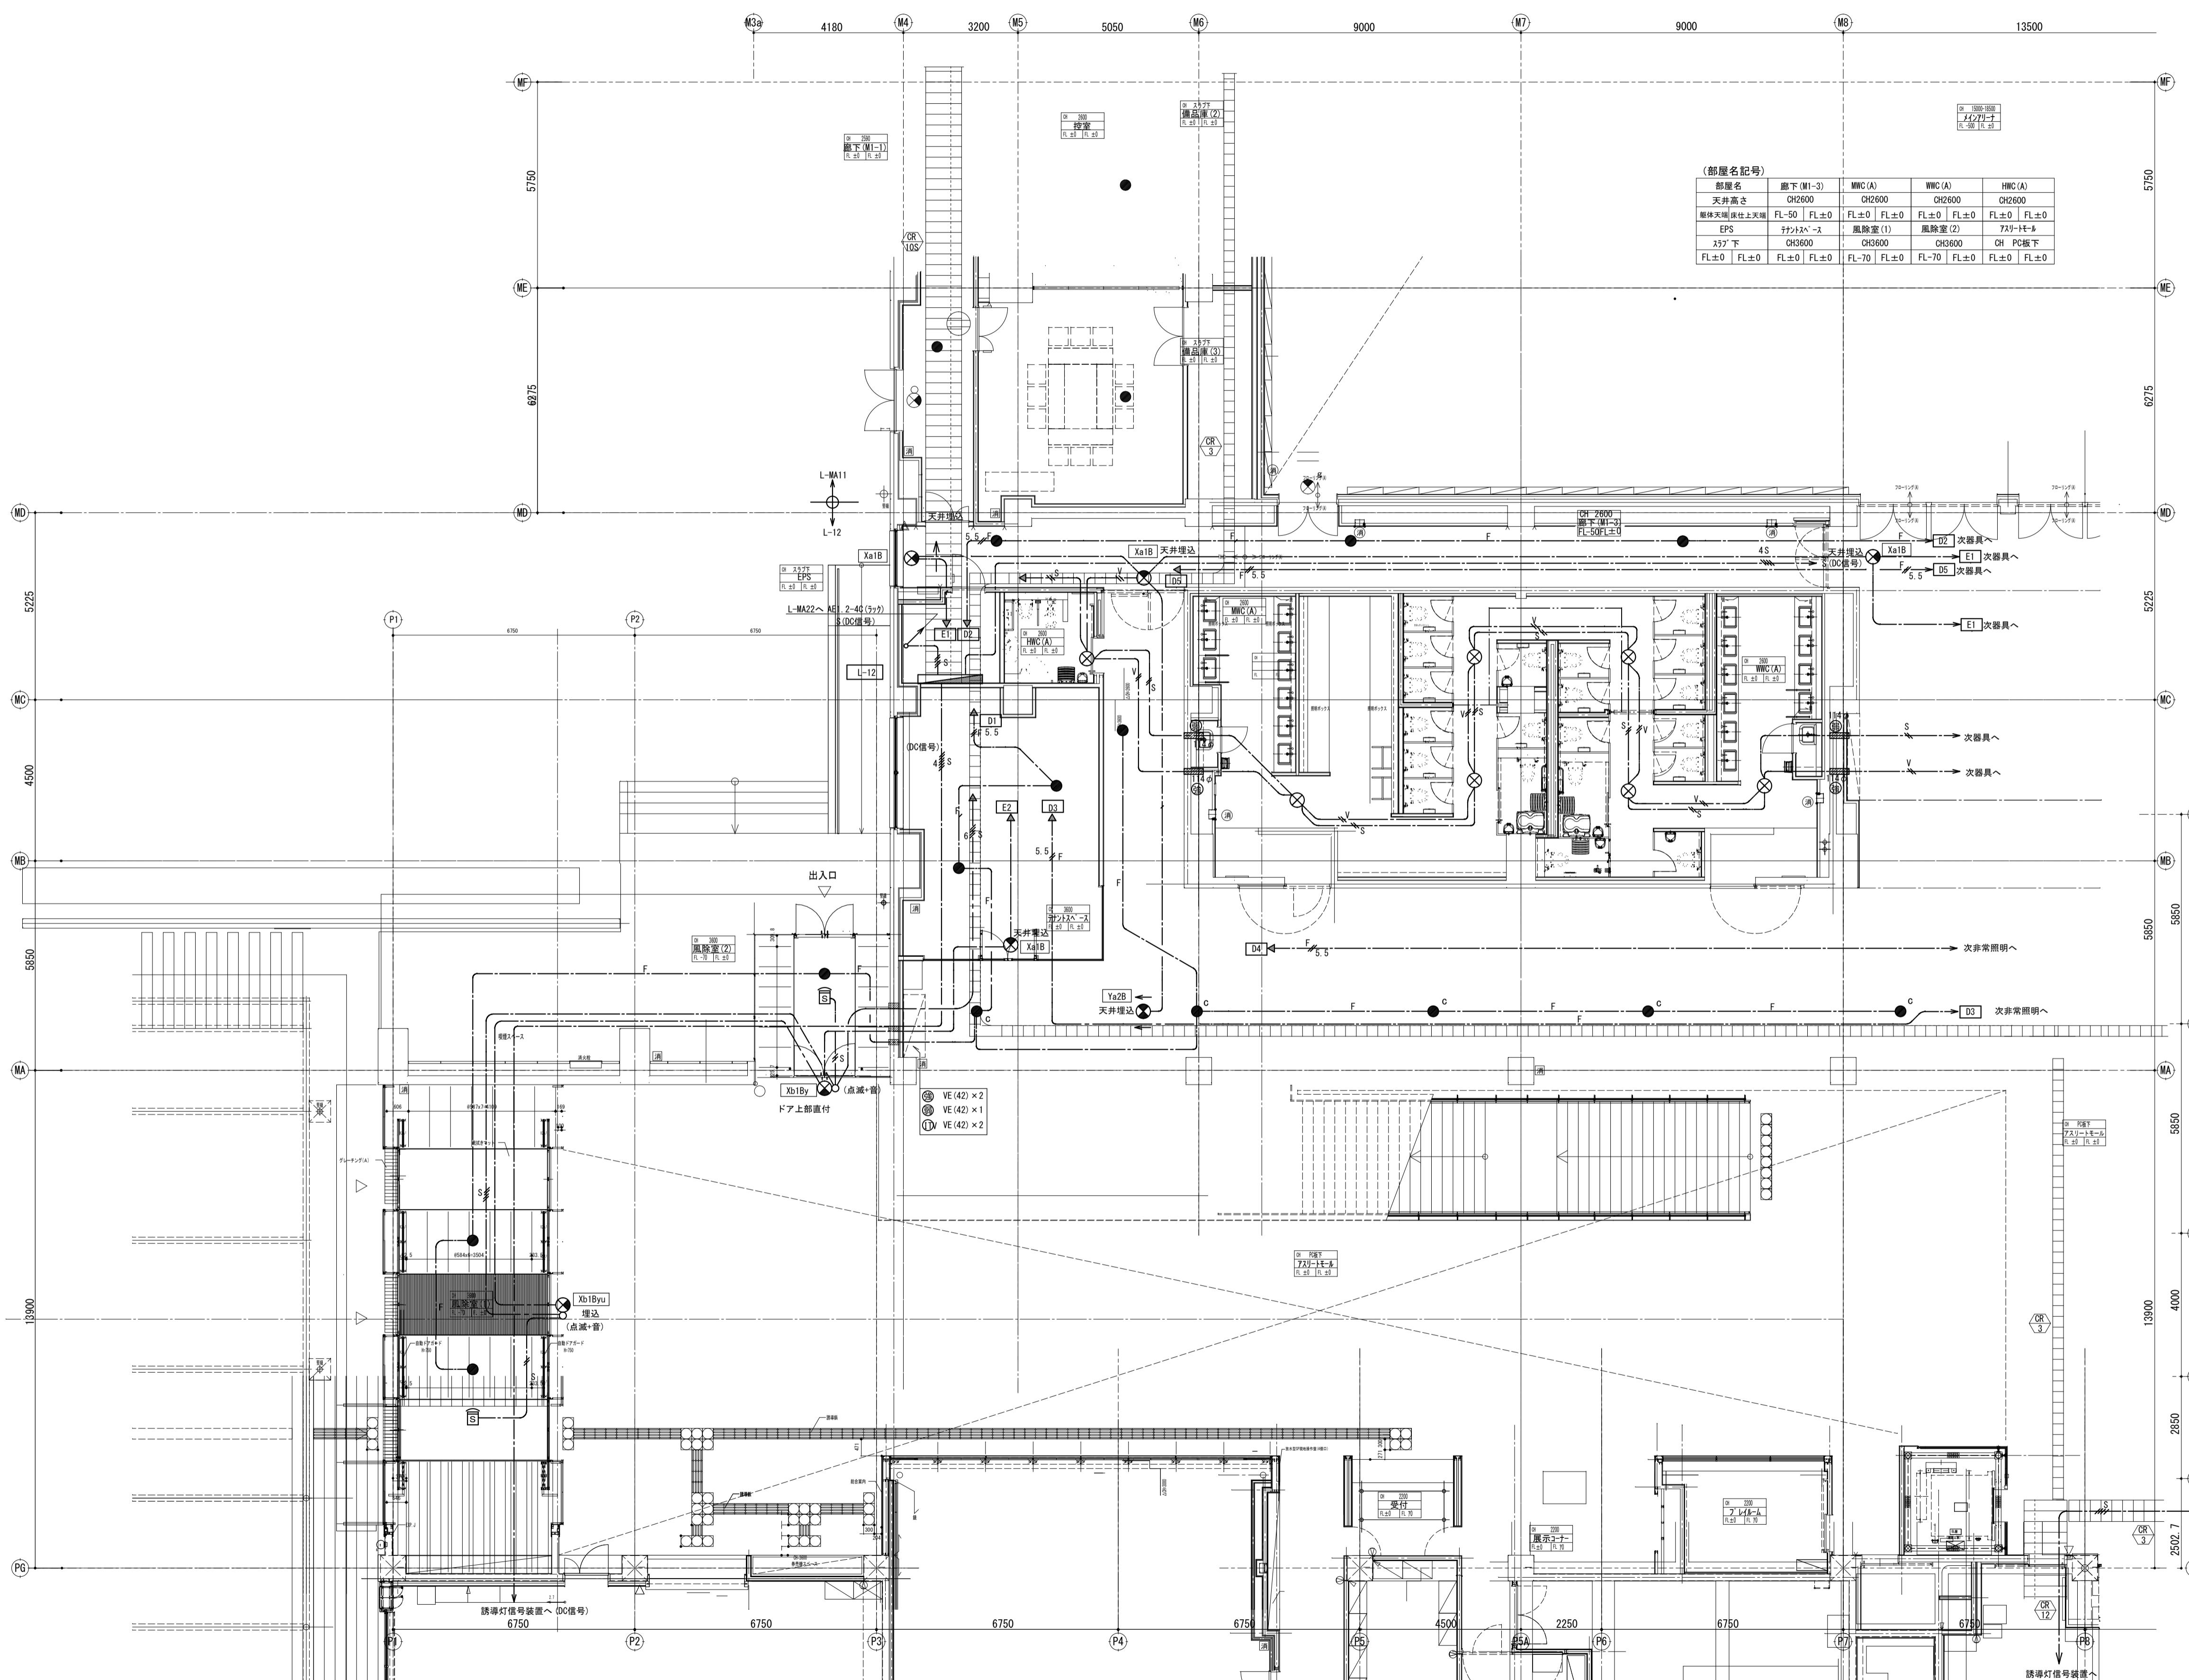

注) 1. 図中特記なき配管配線サイズは下記	
誘導灯回路(階段通路誘導灯)	VVF2.0-3C(PF22)
S	AE1.2-2C(PF16)
S	AE1.2-4C(PF16)
非常照明回路	
F	FP3.5-2C(PF22)
F	FP3.5-2C(PF28)
F	FP3.5-2C(E31)
F	FP3.5-2C2(E51)
点滅装置回路	
S	AE1.2-2C(PF16)
S	V VVF2.0-2C(PF22)
2. 回路符号は下記による。	
[En]	100V 誘導灯回路 (階段通路誘導灯) AC電源
[Dn]	100V 非常照明回路 DC電源
3. (—) 防火区画貫通部耐火処理 (国土交通省認定工法) を施す。	
4. (—) 図示は電源供給 (分電盤) 区分を示す。	
5. 各部間誘導灯信号線は誘導灯信号線系統図参照。	
● 非常照明	da451d
● b 非常照明	db751d
● bl 非常照明	db751d1
● c 非常照明	dc751d
● ws 非常照明	dd451d
ⓧ 避難口誘導灯	Xa1B
ⓧ b 避難口誘導灯	Xb1B
ⓧ x 避難口誘導灯	Xb1Bx
ⓧ A 避難口誘導灯	Xb1A
ⓧ ws 避難口誘導灯 (防水)	Xc1Bw
ⓧ 誘導音付点滅型避難口誘導灯	Xb1By
ⓧ g 誘導音付点滅型避難口誘導灯	Xb1Byg
ⓧ A 点滅型避難口誘導灯	Xb1Af
ⓧ 室内通路誘導灯 (片面)	Ya1B
ⓧ 室内通路誘導灯 (両面)	Ya2B
ⓧ b 室内通路誘導灯	Yb1B
ⓧ x 室内通路誘導灯	Yc1Bw
ⓧ K 客室通路誘導灯	YK
ⓧ S 蓄積型煙感知器 3種 増込形 (AC100V)	Zf
ⓧ 点滅装置	Zf
ⓧ PB2 ブルボックス SS200×200×200	
・壁面貫通配線は別図参照とします。	

