


 $GX \phi 150$ 


φ 150				
土被り	а	b	С	d
1200	1370	1320	850	1200

#### \_泥吐管\_

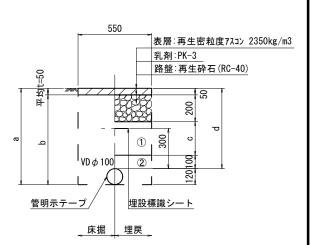


φ 100				
土被り	а	b	С	d
600	720	670	250	600

#### \_給水管\_

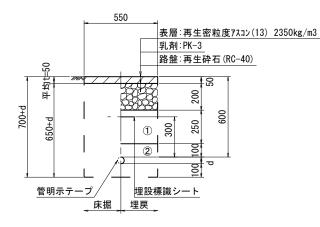


給水管外	↑径 d
φ13	d =20mm
φ20	d =25mm
φ 25	d =30mm
φ30	d =40mm
φ 40	d =50mm
φ50	d =60mm

#### 既設管撤去

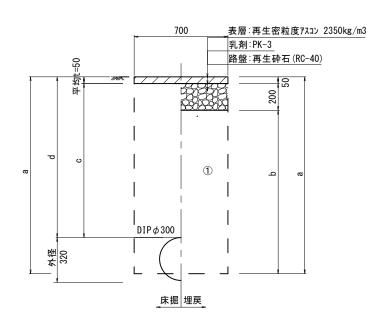

口径	土被り	a	b	С	d
$\phi$ 300	1200	1470	1220	1150	1200

既設管撤去

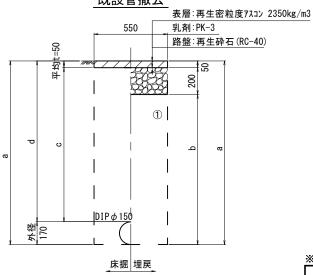

口径	土被り	а	b	С	d
φ 150	1200	1370	1120	1150	1200

①・・・再生砕石 (RC-40)

②・・・埋戻し用砂


※この図面はA2サイズを原寸とする。

津	市上下力	k 道 事 業	局
工事名	令和4年度水工第 公共下水道事業に 久居井戸山町ほか	第2号 二伴う い2町地内配水管移	B設工事(本設)
図面の種類	=	土工定規図	<u>(</u>
縮尺	図示	図面番号	2/7
受注者名			

# 土留工標準図 (参考)

(軽量金属支保材使用の場合)

#### <u>平面図</u> S=1/20

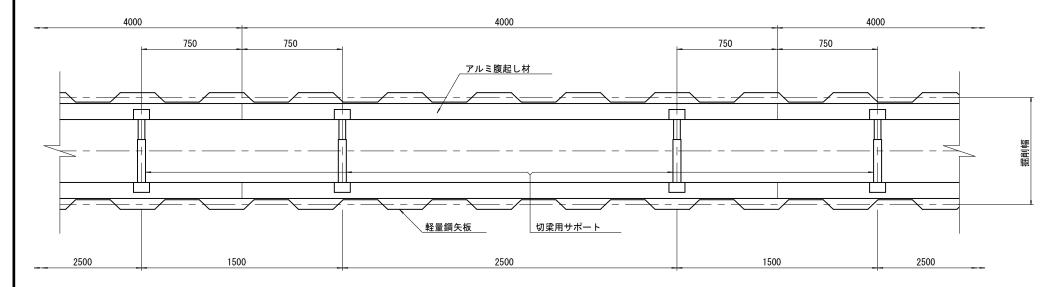

#### 軽量鋼矢板 標準図




S=1/5

# 支保工段数表

<u> </u>	<u> </u>	<u> </u>
掘削深 (m)	矢板長 (m)	支保工段数 (段)
1.5< H≦1.8	2. 0	1
1.8 <h≦2.0< td=""><td>2. 5</td><td>1</td></h≦2.0<>	2. 5	1
2.0< H ≦2.3	2. 5	2
2.3 <h≦2.8< td=""><td>3. 0</td><td>2</td></h≦2.8<>	3. 0	2
2.8 <h≦3.3< td=""><td>3. 5</td><td>2</td></h≦3.3<>	3. 5	2
3.3< H ≦3.5	4. 0	2
3.5< H ≦3.8	4. 0	3


#### 断面図 S=1/20

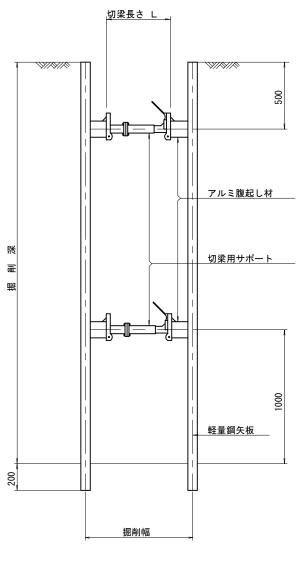

### 参

※この図面はA2サイズを原寸とする。

津市	上下 7	k 道 事	業 局
工事名	令和4年度水工等公共下水道事業1 久居井戸山町ほか	第2号 こ伴う か2町地内配水管	<b>多設工事(本設)</b>
図面の種類	土留工標 (軽量金属	準図 属支保材使	用の場合)
縮尺	図示	図面番号	3/7
受注者名			

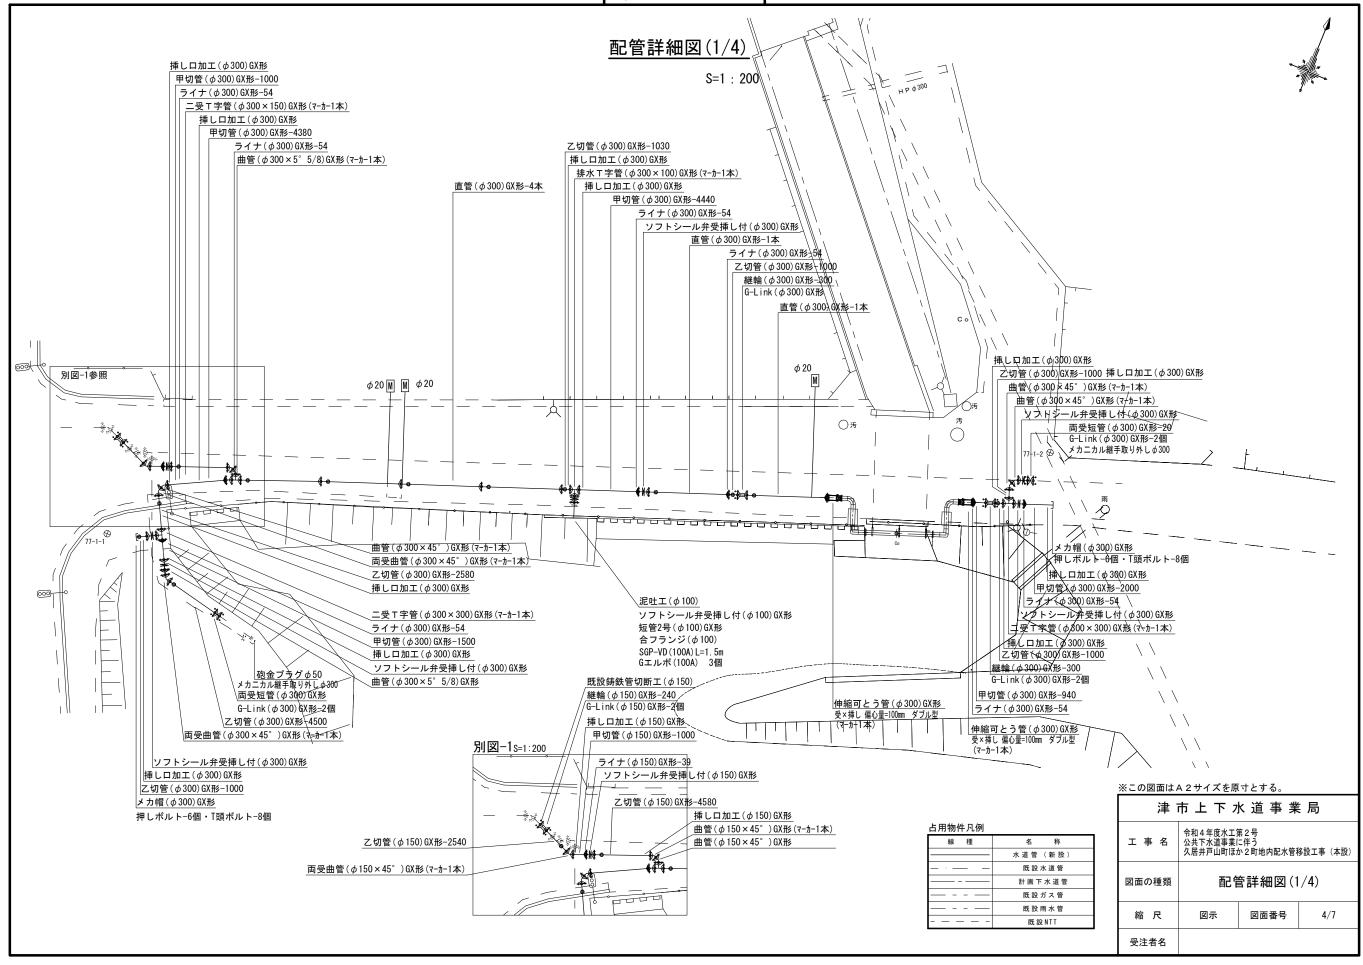


## 配管詳細図(2/4)


S=1 : 100

DL=15.00

#### 平面図

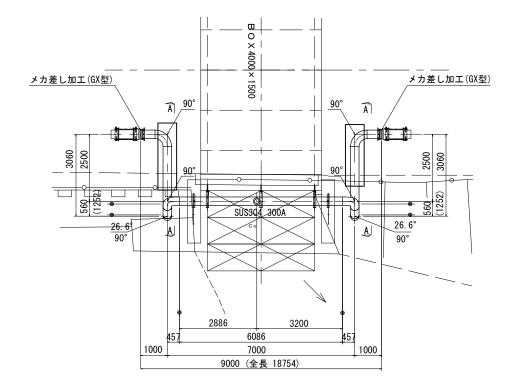

#### 断面図

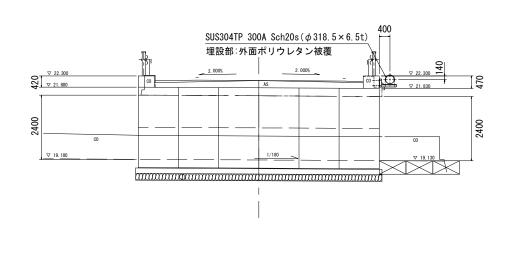


<u>、防護コンクリート(18−8−25BB)</u>

□-700 × 700

L=2.300m

#### 側面図

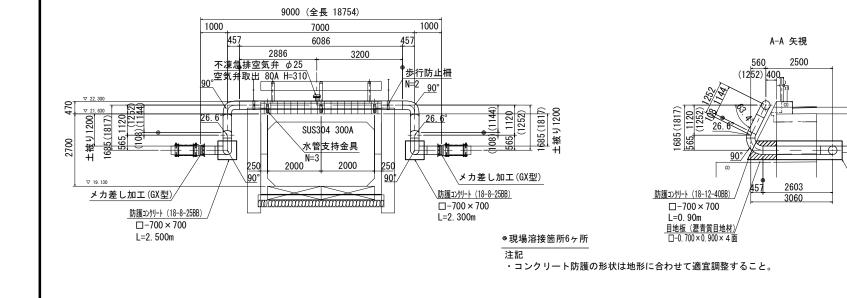

管防護工 1式当り
防護コンクリート (18-8-25BB)
V= ( ( 0.700×0.700 - 1/4×π×0.319^2) × 2.30) × 2箇所 = 1.89m3
防護コンクリート (18-12-40BB)

V= ( 0.700×0.700 - 1/4× $\pi$ ×0.319^2) × 0.900 = 0.369m3 型枠

A=  $(0.700 \times 2.300 \times 2 + 0.700 \times 0.700 \times 3 - 1/4 \times \pi \times 0.319^2 \times 3) \times 2$ 箇所 = 6.97m2目地板(瀝青質目地材t=1.0cm)

A= (0.700×0.900) ×4箇所 = 2.52m2


#### ※この図面はA2サイズを原寸とする。

津市上下水道事業局					
工事名	令和4年度水工 公共下水道事業 久居井戸山町ほ		多設工事(本設)		
図面の種類	配管	會詳細図(2	2/4)		
縮尺	図示	図面番号	5/7		
受注者名					

# 配管詳細図(3/4)

S=1 : 200


#### 水管支持金具詳細図 S=1:10 材質:SUS304 塗装:無塗装

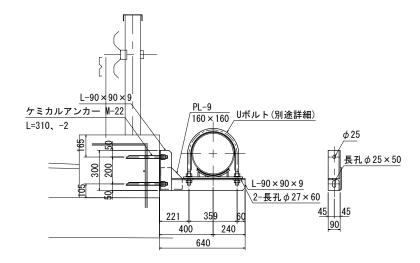



- 注記
  1. 製作は現地実測確認の上行う事とする。
  2. 特記の無いスカラップはC5とし、溶接にて埋める事。
  3. 特記無き溶接は、グルーブ溶接とする。

# Uボルト及び受架台詳細図<sub>S=1:5</sub>


材質:SUS304 塗装:無塗装

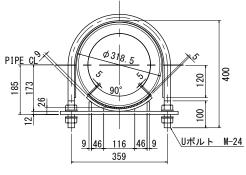

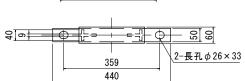


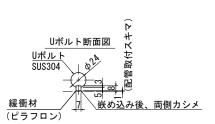

# <u>歩行防止柵詳細図s=1:10</u>

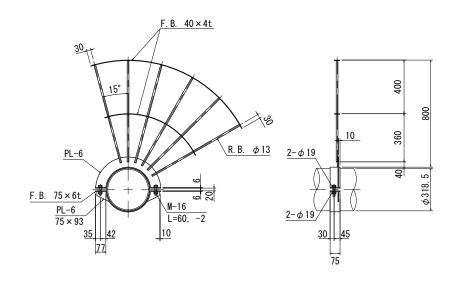

空気弁 S=1:5 材質: SUS304 塗装: 無塗装

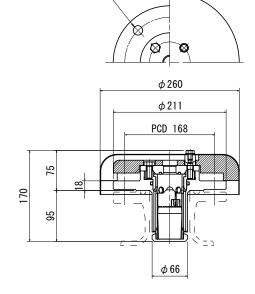

 $4 - \phi 19 (M16)$ 

名	称	寸	法	(L)	材	質	数	量
空気	ā弁	不凍急排	空気弁	φ 25	SUS30	04	1	

#### ※この図面はA2サイズを原寸とする。

	津	市上下力	k 道 事 業	<b>長</b> 局
工事	≨ 名	令和4年度水工等 公共下水道事業1 久居井戸山町ほか	第2号 こ伴う か2町地内配水管	多設工事(本設)
図面₫	)種類	配宜	言詳細図(3	3/4)
縮	尺	図示	図面番号	6/7
受注	者名			


# 配管詳細図(4/4)


S=1 : 25




端	面	両ベベルエンド
如	Щ	
形	状	特殊曲管
寸	法	$300A \times 457L \times 90^{\circ} \times 565L \times 26.6^{\circ} \times 108L$
材	質	SUS304TP $\phi$ 318. 5 × 6. 5t
淦	装	内面:無塗装
坐	衣	外面:無塗装
数	量	2本

	端	面	両ベベルエンド					
	形	状	曲管					
	寸	法	300A×1144L×90° ×457L					
	材	質	SUS304TP $\phi$ 318. 5 × 6. 5t					
	塗	装	内面:無塗装					
			外面:無塗装					
	数	量	2本					

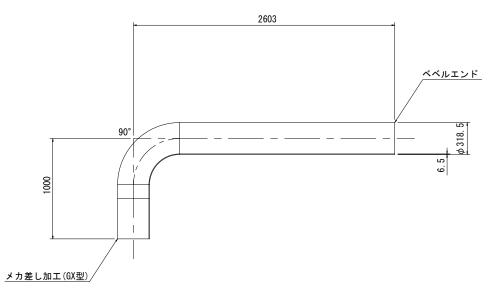


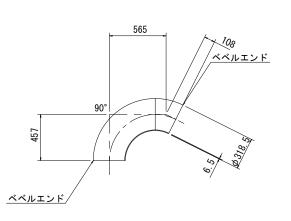


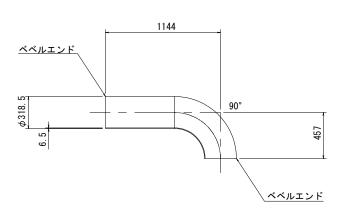

	端	面	両ベベルエンド
	形	状	丁字管(80A空気弁用取出付)
	寸	法	$300A \times 2886L \times 6086L \times 310H$
	材	質	SUS304TP $\phi$ 318. 5 × 6. 5t
	塗	装	内面:無塗装
			外面:無塗装
	数	量	1本

上水フランジ詳細

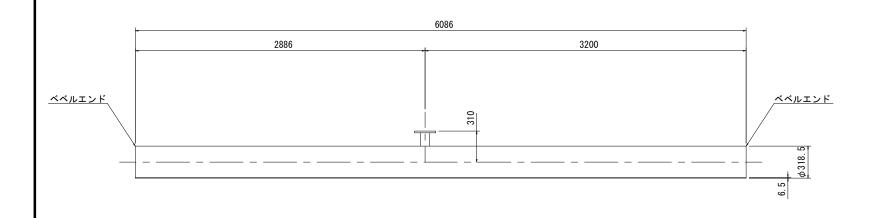

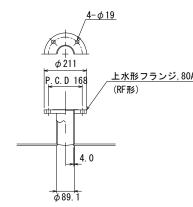

0A											
	※この図面はA2サイズを原寸とする。										
	津市上下水道事業局										
	工事	名	令和4年度水公共下水道事 久居井戸山町			内配水	管移	設工事(本設	)		
	図面の	種類	配管詳細図(4/4)								
	縮	尺	図示		図面	番号		7/7			

受注者名