


設計図

平面図

S=1:500

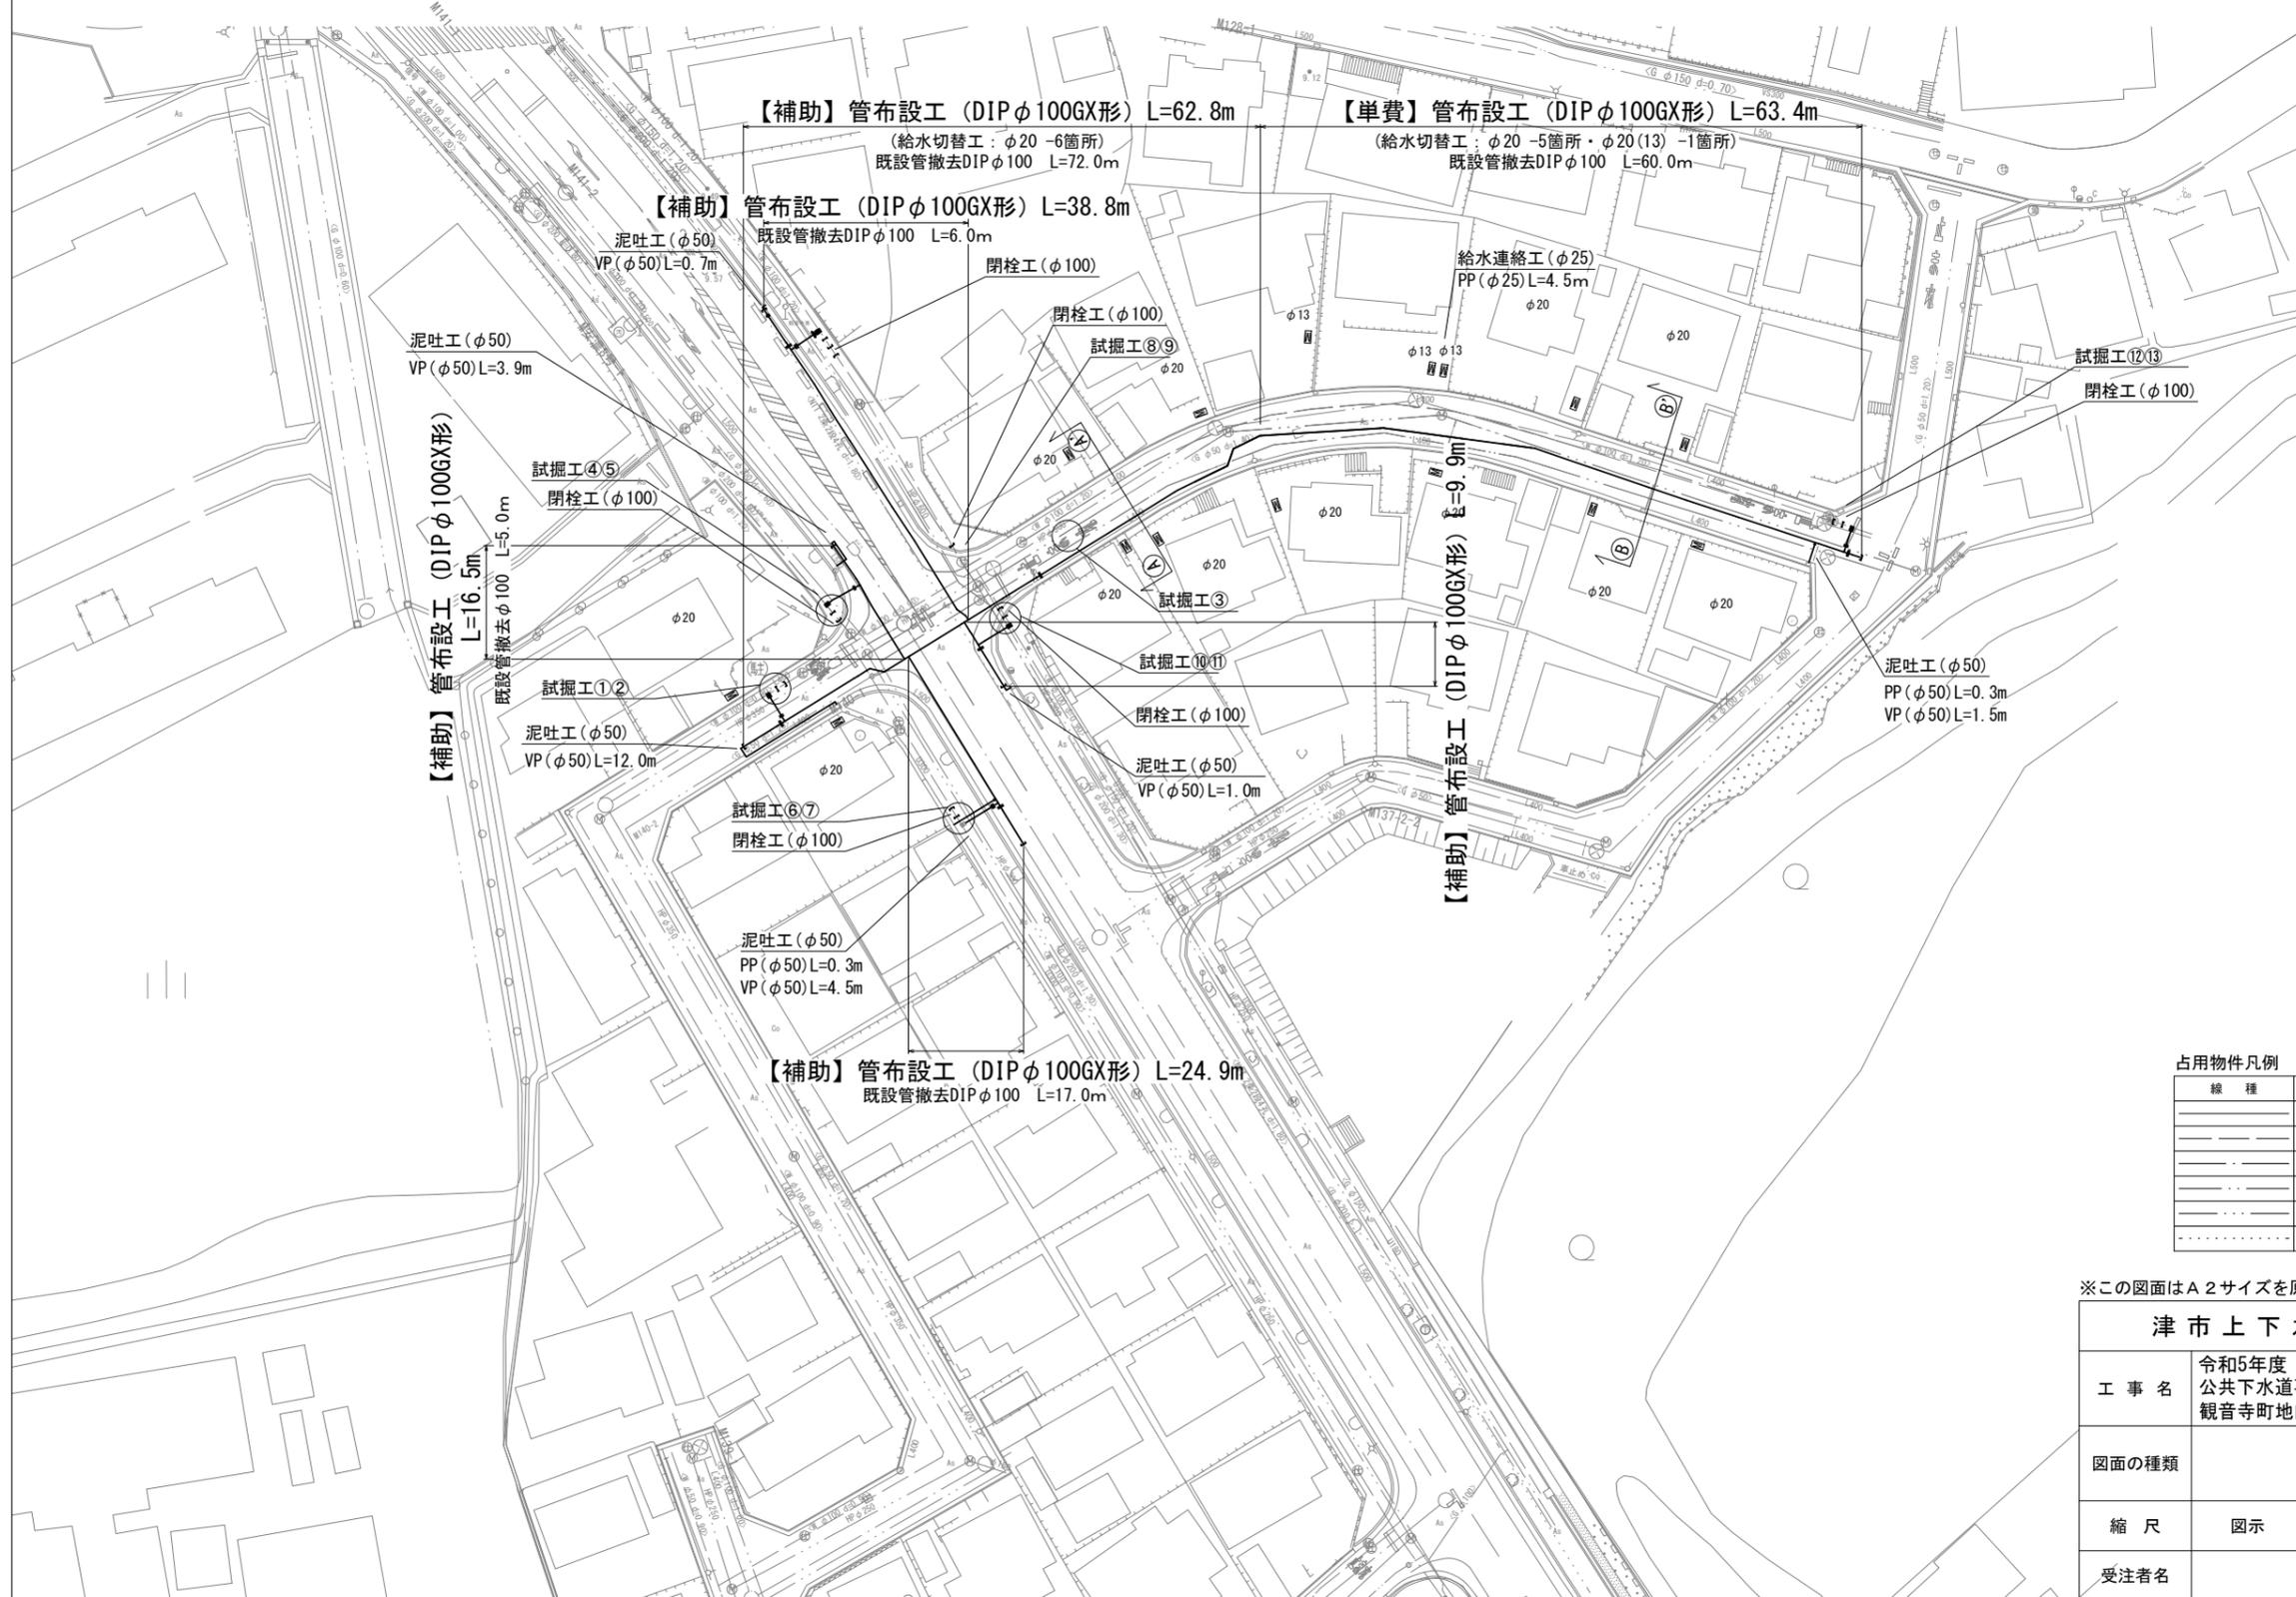

占用物件凡例

線種	名称
———	水道管 (新設)
———	既設水道管
———	計画下水道管
———	既設ガス管
———	既設雨水管
———	既設NTI


※この図面はA2サイズを原寸とする。

津市上下水道事業局			
工事名	令和5年度 水工第3号 公共下水道事業に伴う 観音寺町地内配水管移設工事		
図面の種類	平面図		
縮尺	図示	図面番号	1/7
受注者名			


設 計 図

横断面図

S=1:100

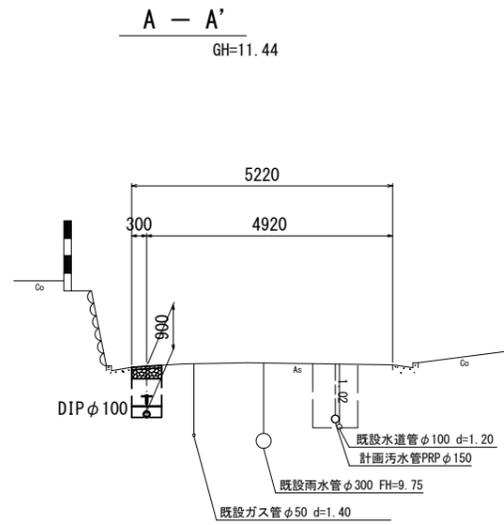

DL=7.00

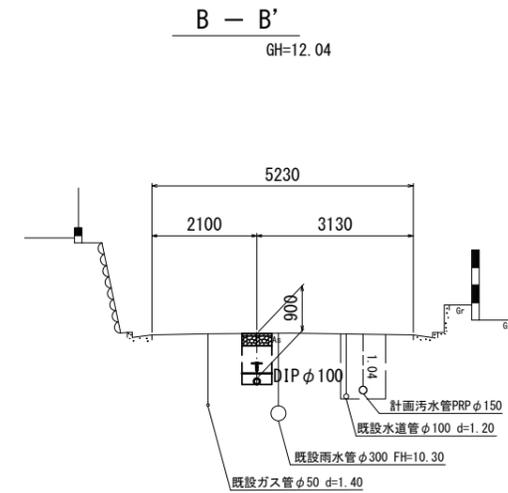

DL=7.00


※この図面はA2サイズを原寸とする。

津市上下水道事業局			
工事名	令和5年度 水工第3号 公共下水道事業に伴う 観音寺町地内配水管移設工事		
図面の種類	横断面図		
縮尺	図示	図面番号	2/7
受注者名			


設計図

土工定規図

S=1:20

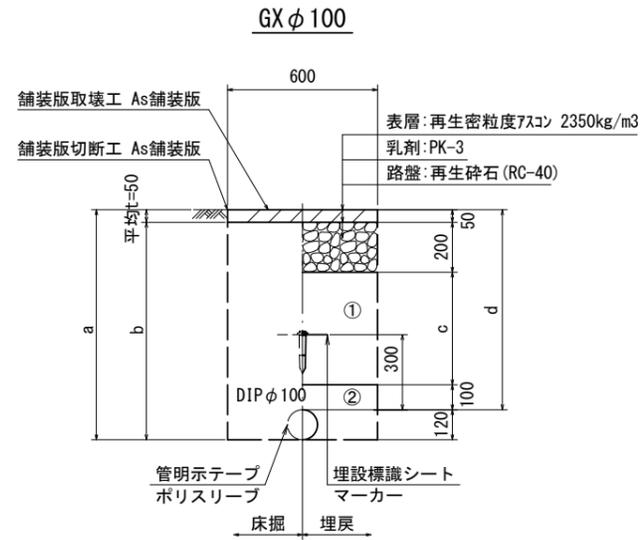


φ100				
土被り	a	b	c	d
900	1020	970	550	900
1200	1320	1270	850	1200

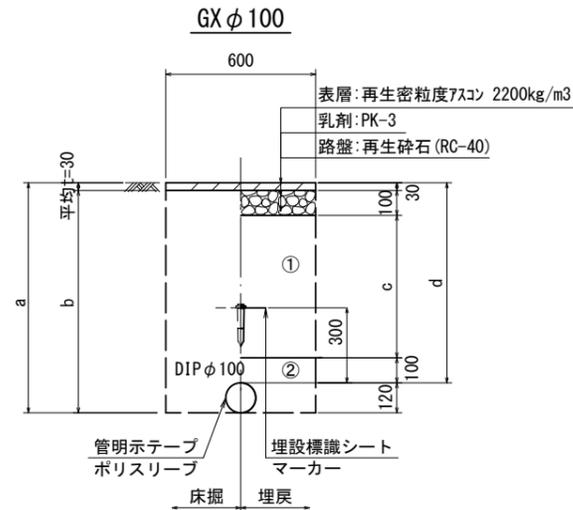


φ100				
土被り	a	b	c	d
900	1020	990	670	900
1200	1320	1290	970	1200

既設管撤去

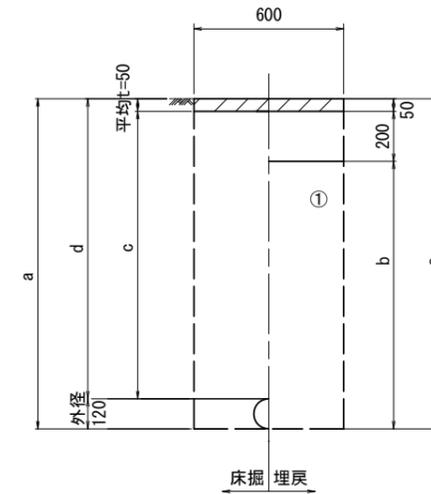


口径	土被り	a	b	c	d
φ100	900	1020	770	850	900
φ100	1200	1370	1120	1150	1200

泥吐管

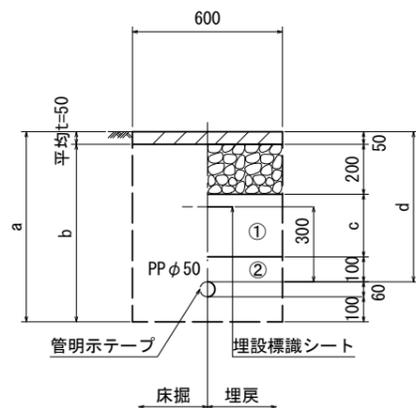

φ50				
土被り	a	b	c	d
600	760	710	250	600

給水管

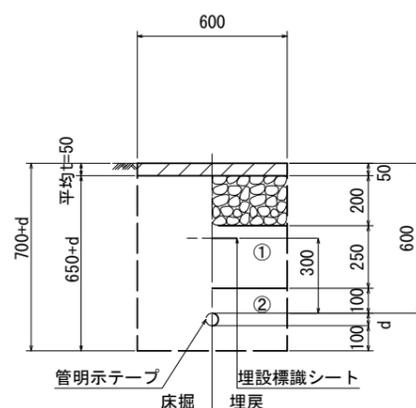

給水管外径	d
φ13	d=20mm
φ20	d=25mm
φ25	d=30mm
φ30	d=40mm
φ40	d=50mm
φ50	d=60mm

- ①・・・再生砕石 (RC-40)
- ②・・・管基礎用砂

※この図面はA2サイズを原寸とする。

津市上下水道事業局			
工事名	令和5年度 水工第3号 公共下水道事業に伴う 観音寺町地内配水管移設工事		
図面の種類	土工定規図		
縮尺	図示	図面番号	3/7
受注者名			

設計図

配管詳細図(3/4)

S=1:100



- 泥吐工(φ50)
- 金属入りバルブソケット(φ50)
- VPエルボ(φ50)-5個
- VP(φ50)L=3.9m
- メカ帽(φ100)GX形
- 押しボルト-2個・T頭ボルト-4個
- 直管(φ100)GX形-1本
- ライナ(φ100)GX形-29
- 短管2号(φ100)GX形
- ソフトシール弁(φ100)
- 短管2号(φ100)GX形
- ライナ(φ100)GX形-29
- 甲切管(φ100)GX形-1130
- 挿し口加工(φ100)GX形
- 曲管(φ100×11° 1/4)GX形(マカ-1本)
- 短管1号(φ100)GX形
- ソフトシール弁(φ100)
- 不断水T字管DIP用φ100×100(全周パッキン)(マカ-1本)
- 不断水仕切弁(φ100)鋳鉄管用(全周パッキン)
- メカ帽(φ100)K形(マカ-1本)
- 押しボルト-2個・T頭ボルト-4個
- 既設鋳鉄管切断工(φ100)-2箇所

B部詳細図

S=1:100



- 曲管(φ100×45°)GX形
- 曲管(φ100×45°)GX形

- 泥吐工(φ50)
- 合フランジ(φ75×50)
- Pオネジソケット(φ50)-2個
- 砲金仕切弁(φ50)
- 金属入りバルブソケット(φ50)
- VPエルボ(φ50)-3個
- PR(φ50)L=0.3m
- VP(φ50)L=4.5m

- 既設鋳鉄管切断工(φ100)-2箇所
- メカ帽(φ100)K形(マカ-1本)
- 押しボルト-2個・T頭ボルト-4個
- 不断水仕切弁(φ100)鋳鉄管用(全周パッキン)

- 不断水T字管DIP用φ100×100(全周パッキン)(マカ-1本)
- ソフトシール弁(φ100)
- 短管1号(φ100)GX形
- 挿し口加工(φ100)GX形
- 甲切管(φ100)GX形-2610

- F付T字管(φ100×75)GX形(マカ-1本)
- 二受T字管(φ100×100)GX形(マカ-1本)
- ソフトシール弁受挿し付(φ100)GX形
- ライナ(φ100)GX形-29
- 直管(φ100)GX形-1本

- メカ帽(φ100)GX形
- 押しボルト-2個・T頭ボルト-4個


津市上下水道事業局			
工事名	令和5年度 水工第3号 公共下水道事業に伴う 観音寺町地内配水管移設工事		
図面の種類	配管詳細図(3/4)		
縮尺	図示	図面番号	6/7
受注者名			

※この図面はA2サイズを原寸とする。

設計図

配管詳細図(4/4)

S=1:100

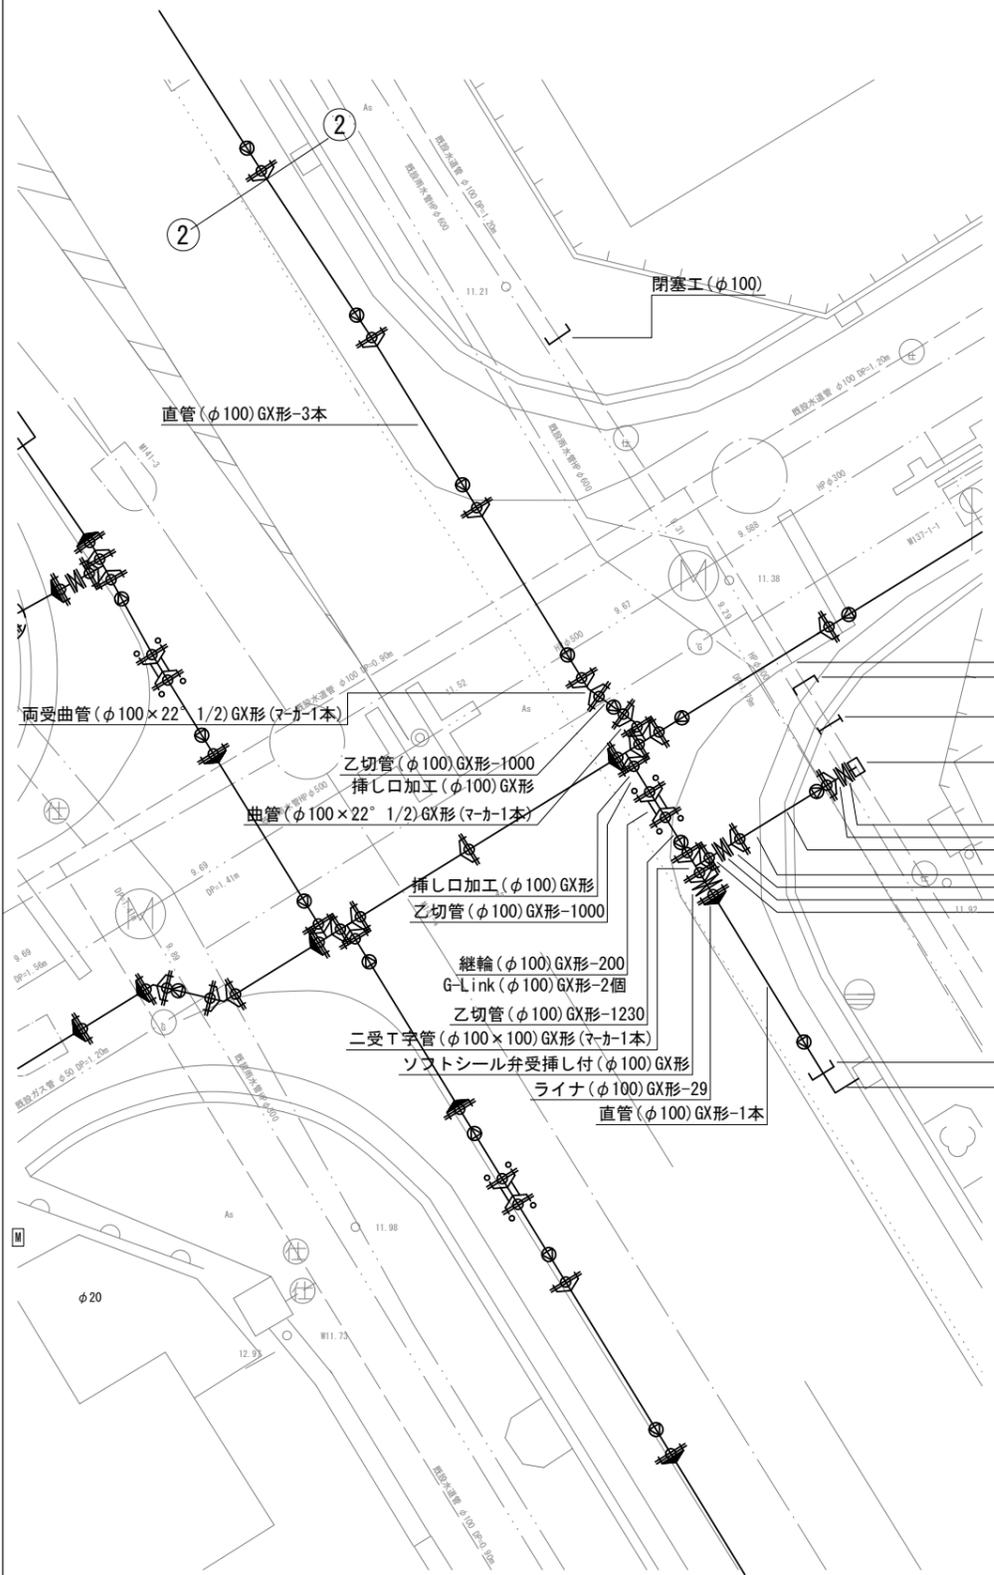

- 泥吐工(φ50)
- 金属入りバルブソケット(φ50)
- VPエルボ(φ50)-3個
- VP(φ50)L=0.7m

- メカ帽(φ100)GX形
- 押しボルト-2個・T頭ボルト-4個

- 直管(φ100)GX形-1本
- ライナ(φ100)GX形-29


- ソフトシール弁受挿し付(φ100)GX形
- 二受T字管(φ100×100)GX形(マカ-1本)

- 既設鉄管切断工(φ100)-2箇所
- メカ帽(φ100)K形(マカ-1本)
- 押しボルト-2個・T頭ボルト-4個
- 不断水仕切弁(φ100) 鑄鉄管用(全周パッキン)

- 不断水T字管DIP用φ100×100(全周パッキン)(マカ-1本)
- ソフトシール弁(φ100)
- 短管1号(φ100)GX形
- 乙切管(φ100)GX形-2450
- 挿し口加工(φ100)GX形
- 短管1号(φ100)GX形
- ソフトシール弁(φ100)
- 短管2号(φ100)GX形


- メカ帽(φ100)GX形
- 押しボルト-2個・T頭ボルト-4個

- 泥吐工(φ50)
- 金属入りバルブソケット(φ50)
- VPエルボ(φ50)-3個
- VP(φ50)L=1.0m

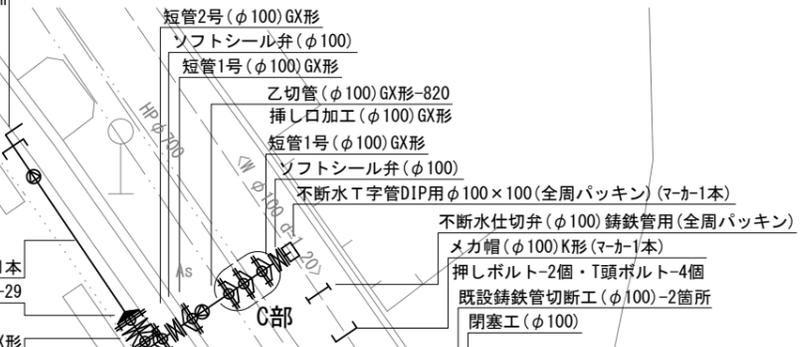

C部詳細図

S=1:100

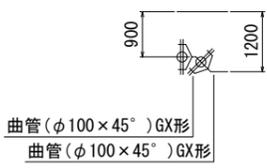

- 曲管(φ100×45°)GX形
- 曲管(φ100×45°)GX形



※この図面はA2サイズを原寸とする。

津市上下水道事業局			
工事名	令和5年度 水工第3号 公共下水道事業に伴う 観音寺町地内配水管移設工事		
図面の種類	配管詳細図(4/4)		
縮尺	図示	図面番号	7/7
受注者名			