

縦断面図(4) 18-1-5 编型1是3·2·17-12 H-1. 789m 18-1-5 编型1是3·2·17-12 H-1. 789m 18-1-5 编型1是3·2·17-12 H-1. 789m 18-1-5 编型1是3·2·17-12 H-1. 789m 15. 00 35) 10.00 33) 18 PRP0150 3.0% PRP0150 18 PRP 150 8. 2% 70.0‰ 5. 00 7. 271 7. 992 7. 087 18 PRP0150 3.0% 1/100 6. 920 今回施工区間 今回施工区間 市単独工事 市単独工事 1/500 DL=0. 00m DL=0.00m PRPO150 mm 3.0~42.9 ‰ PRP0150 mm 3.0 % 17 68.70 m 22. 50 m 勾配(‰) 3.0 3. 0 42.9 83 94 80 1. 62 1. 63 0. 97 0.80 80 土 被 り 0 0 0 0 1.09 1.87 1.89 1.23 1.06 1.06 掘削深 7.054 7. 291 7. 308 7. 968 157 管 底 高 16 9. 11 04 90 60 【津北部第15-1処理分区】 地 盤 高 9. ※原寸はA2サイズとする 令和5年度下工公補第9号 工 事 名 | 津北部第15-1処理分区及び 50 70 00 50 00 70 津北部第16処理分区公共下水道工事 0 5. 追加距離 22. 68. 津市観音寺町ほか2町地内 施工箇所名 20 00 00 00 00 70 区間距離 17. 0 5. 63. 図面の種類 縦断面図(4)

M17 - 1

既設 M18-3-4

測

点

M17-2


V=1:100 H=1:500


縮尺


事業所名


図面 11 番号


津市上下水道事業局下水道工務課

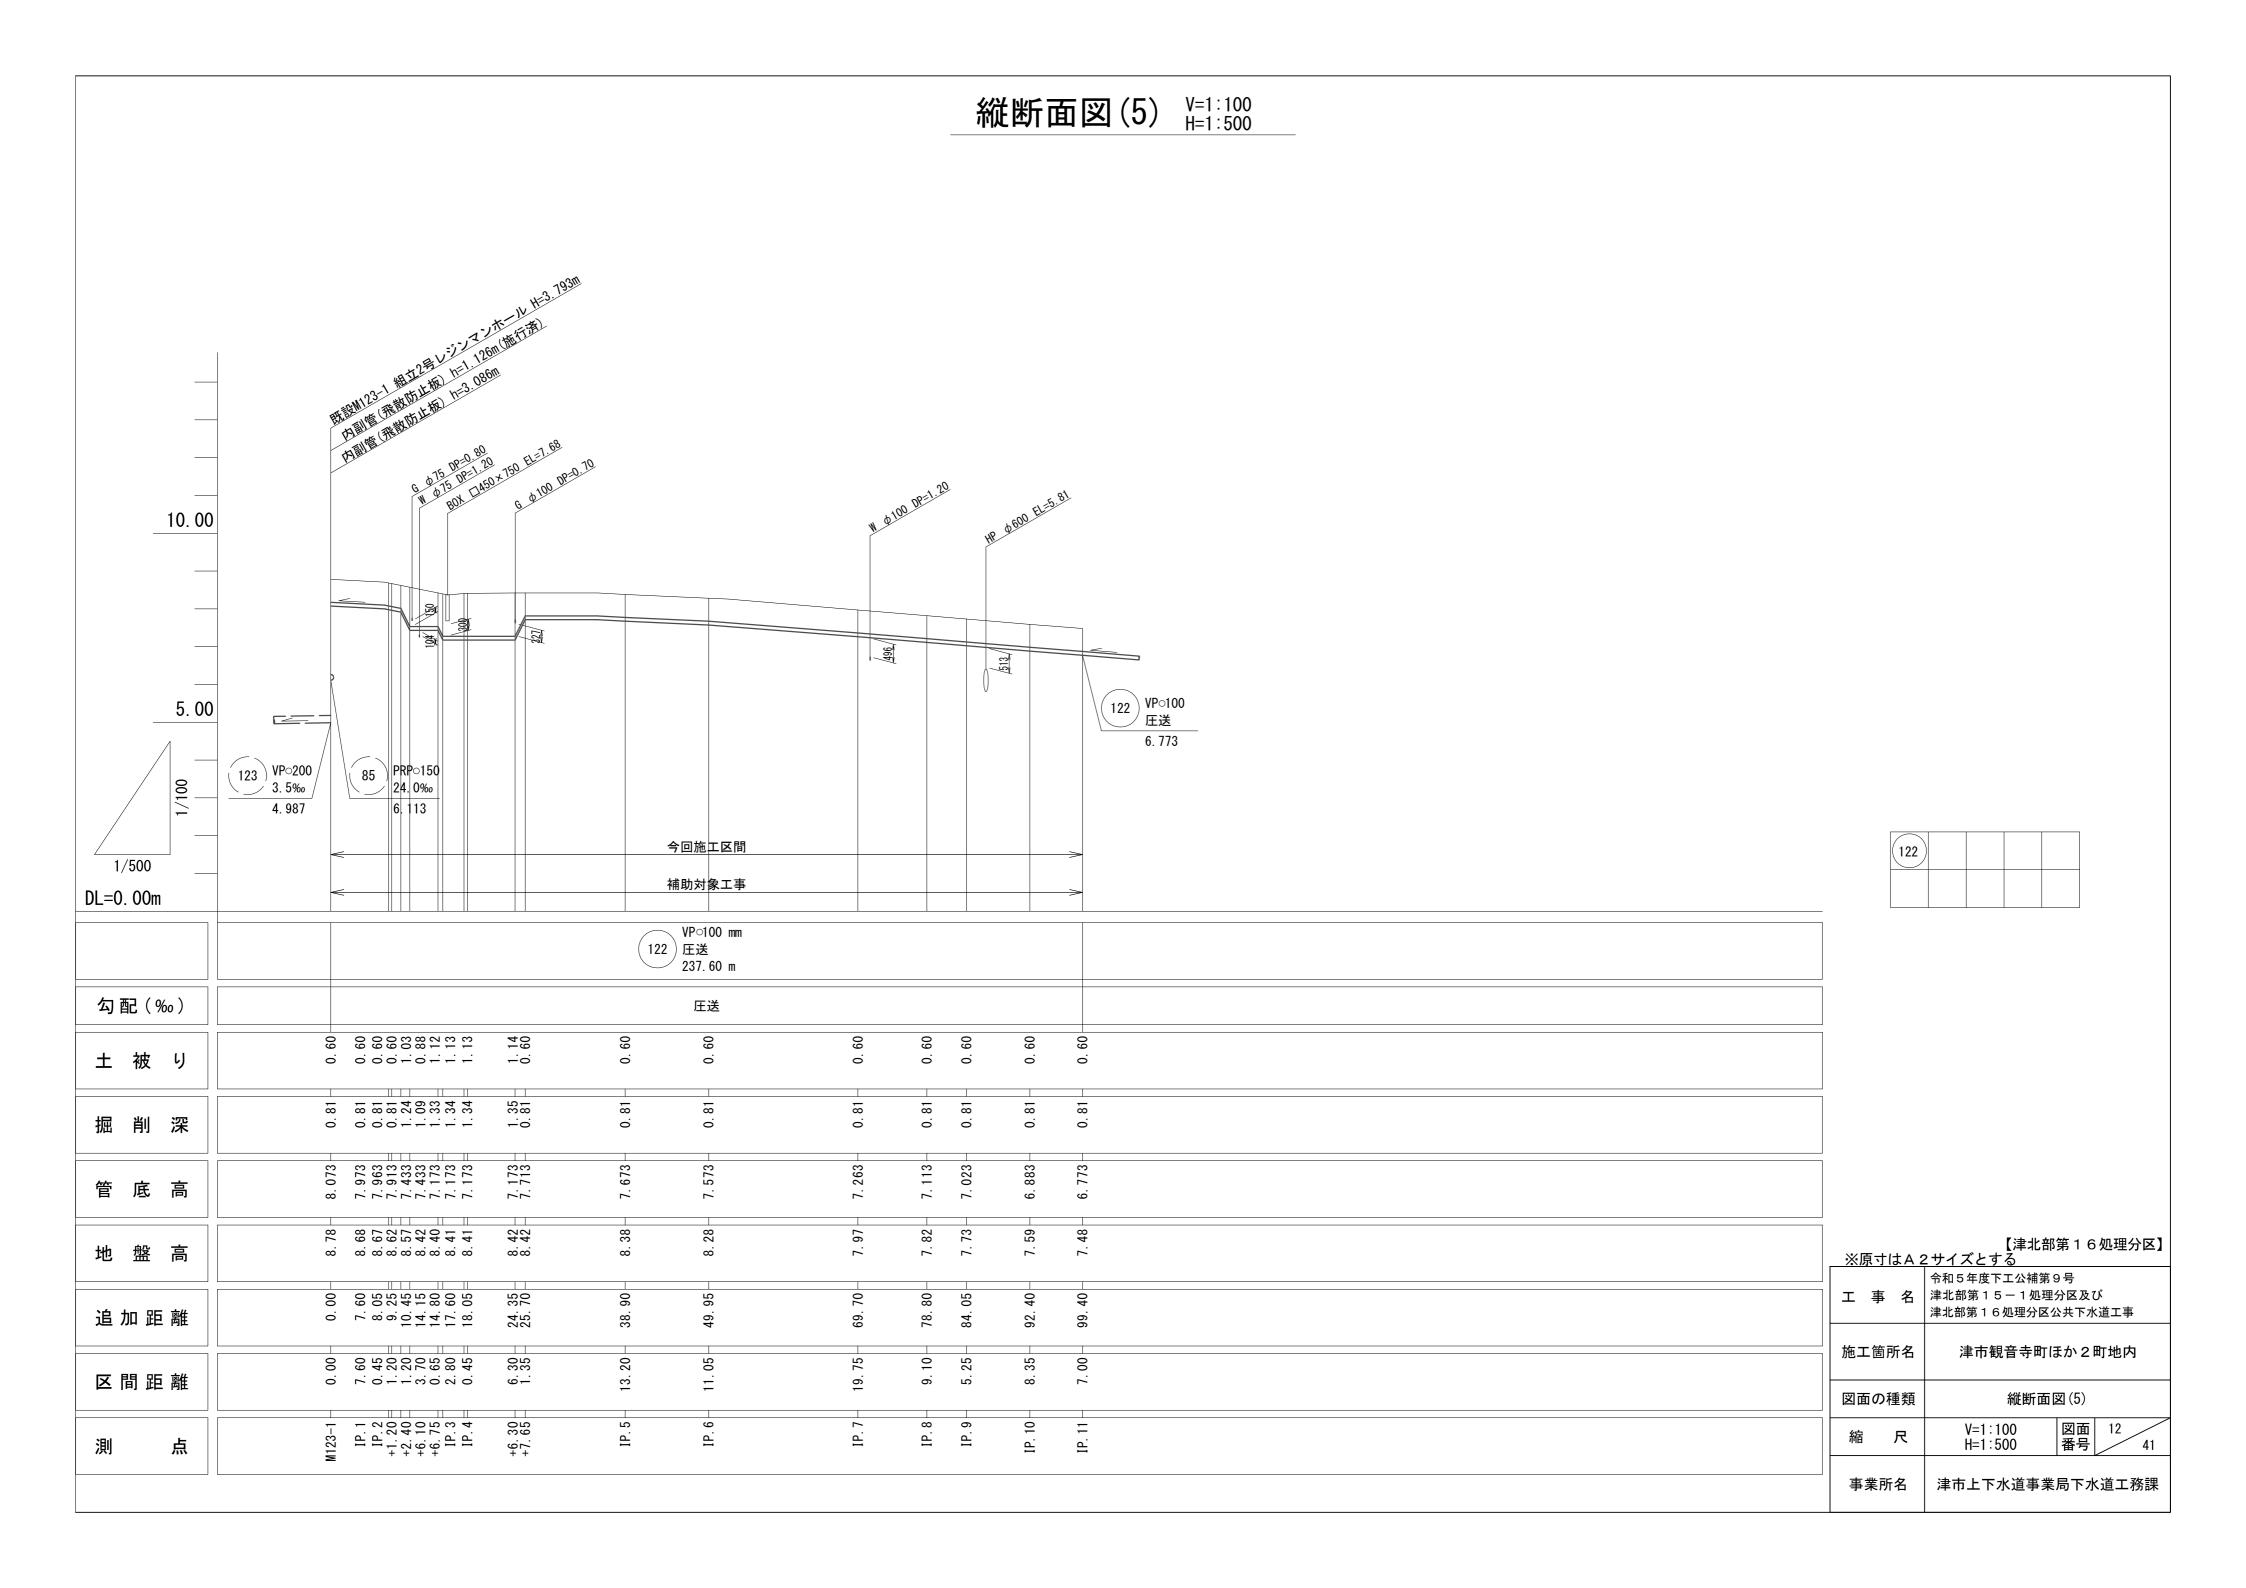


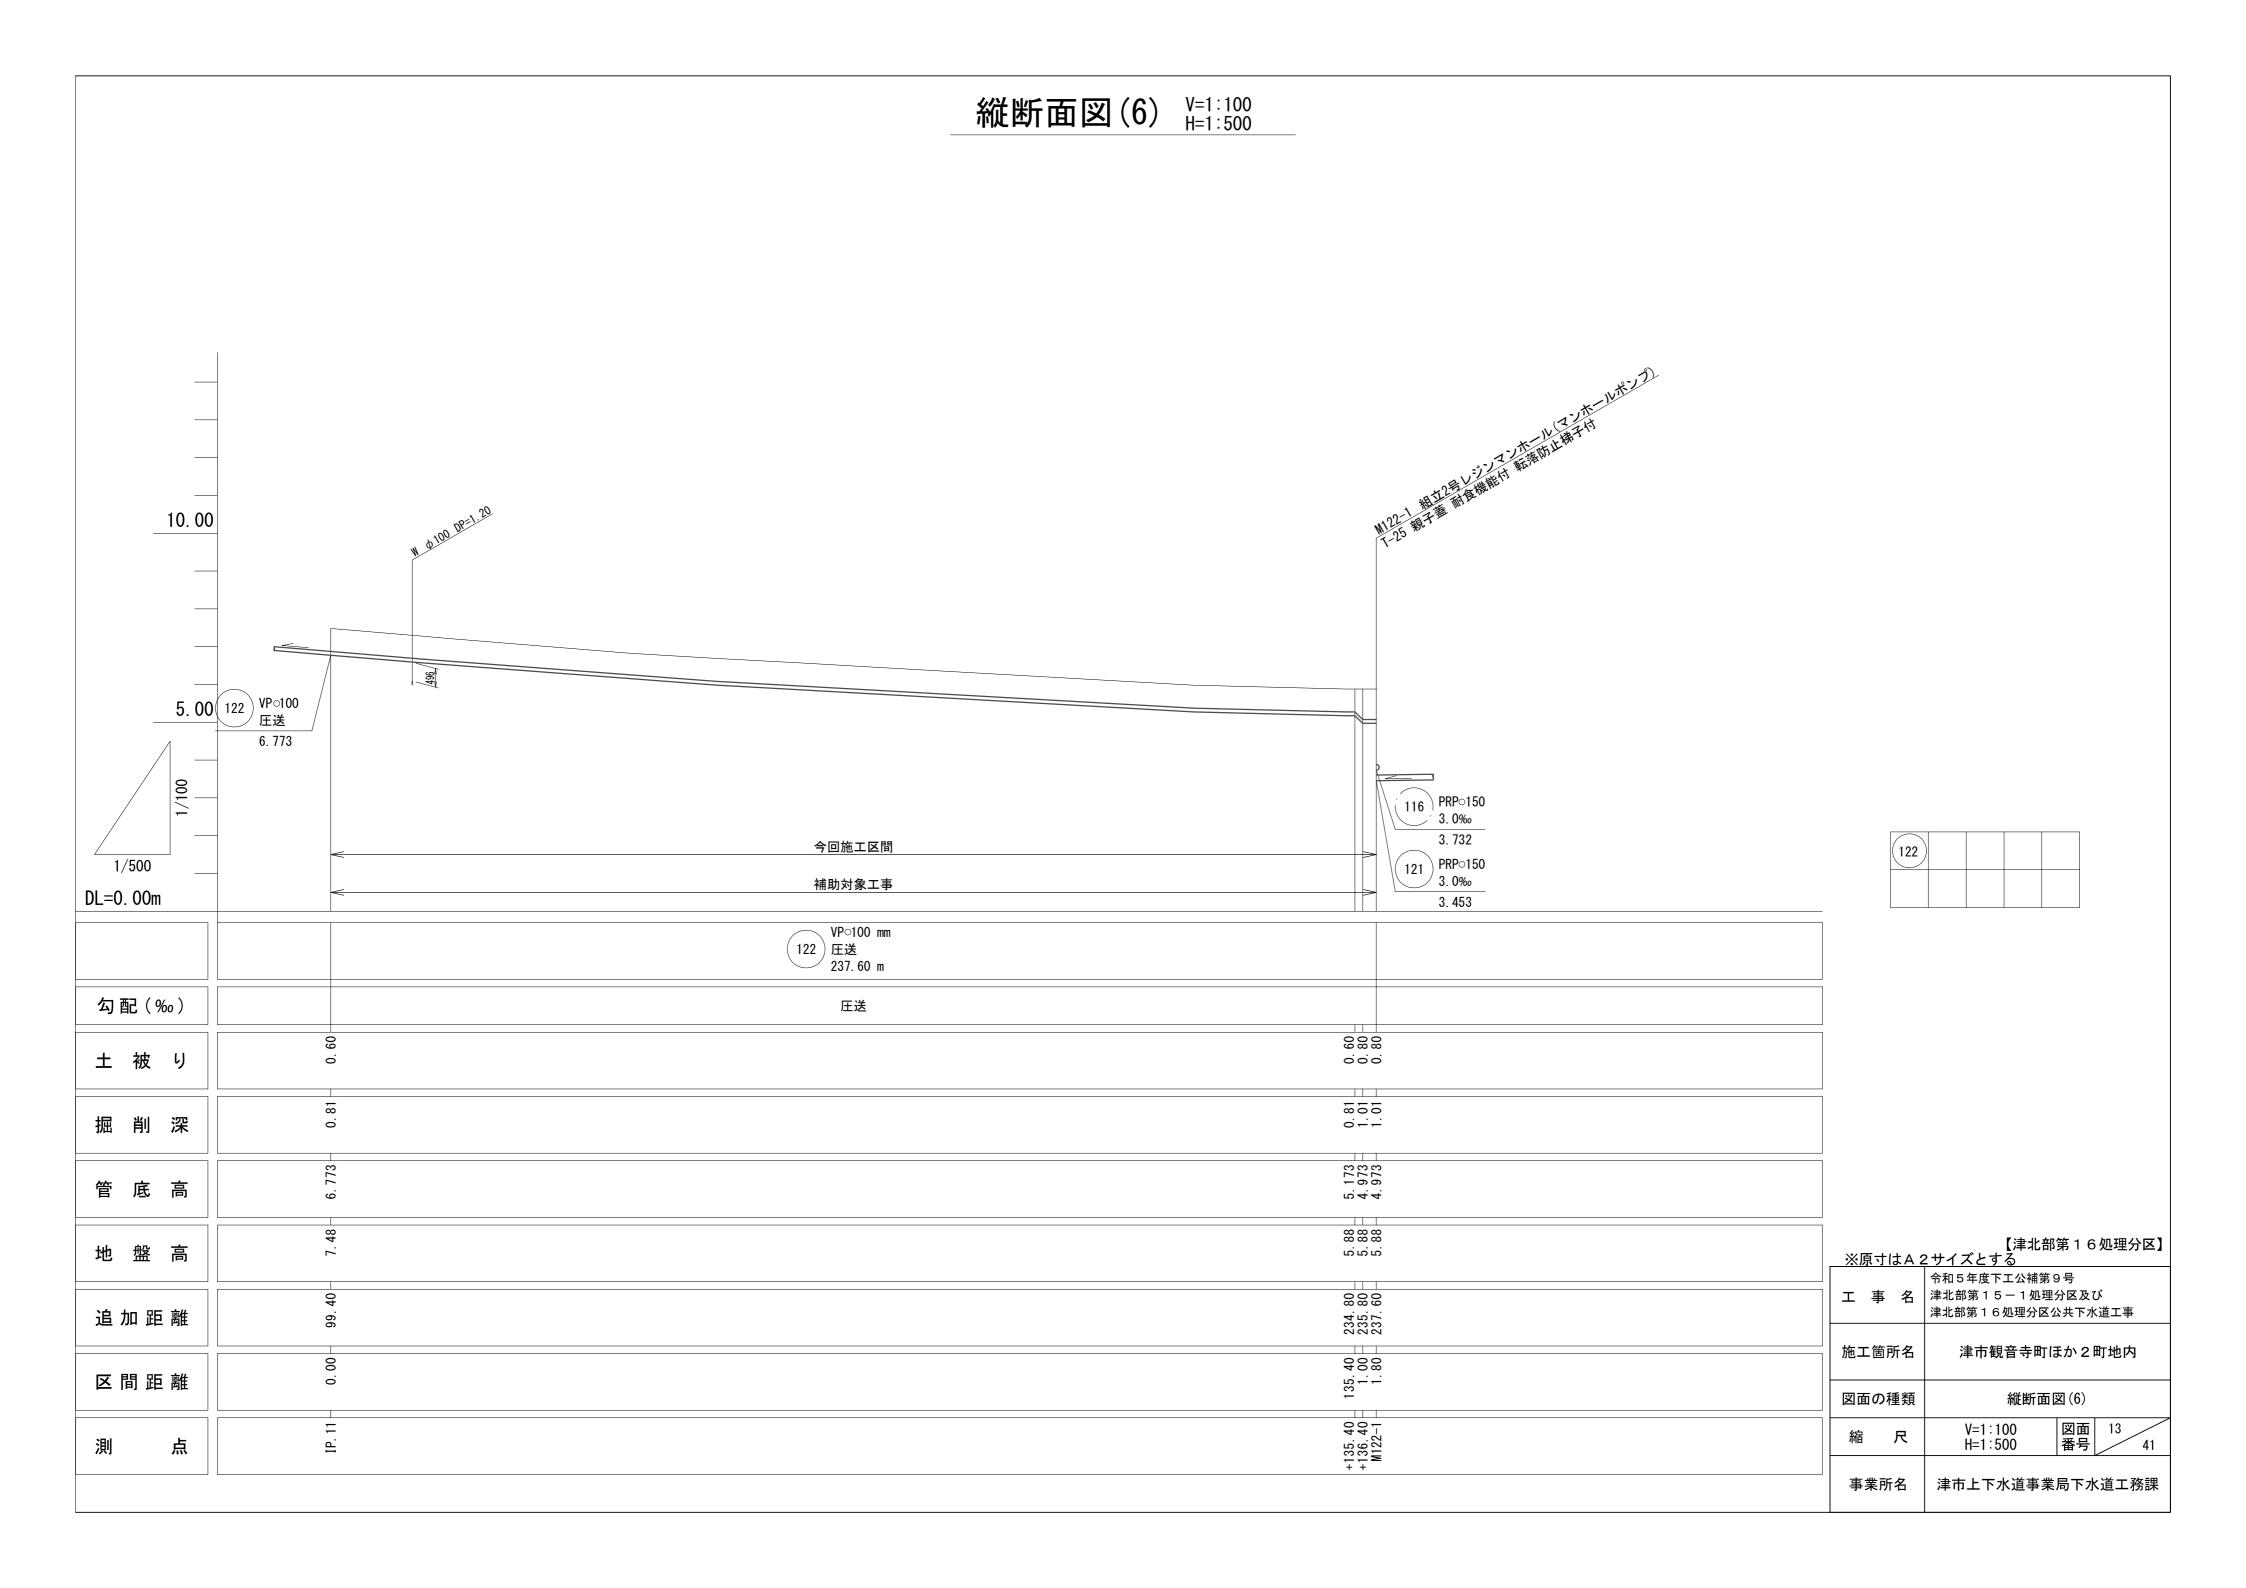


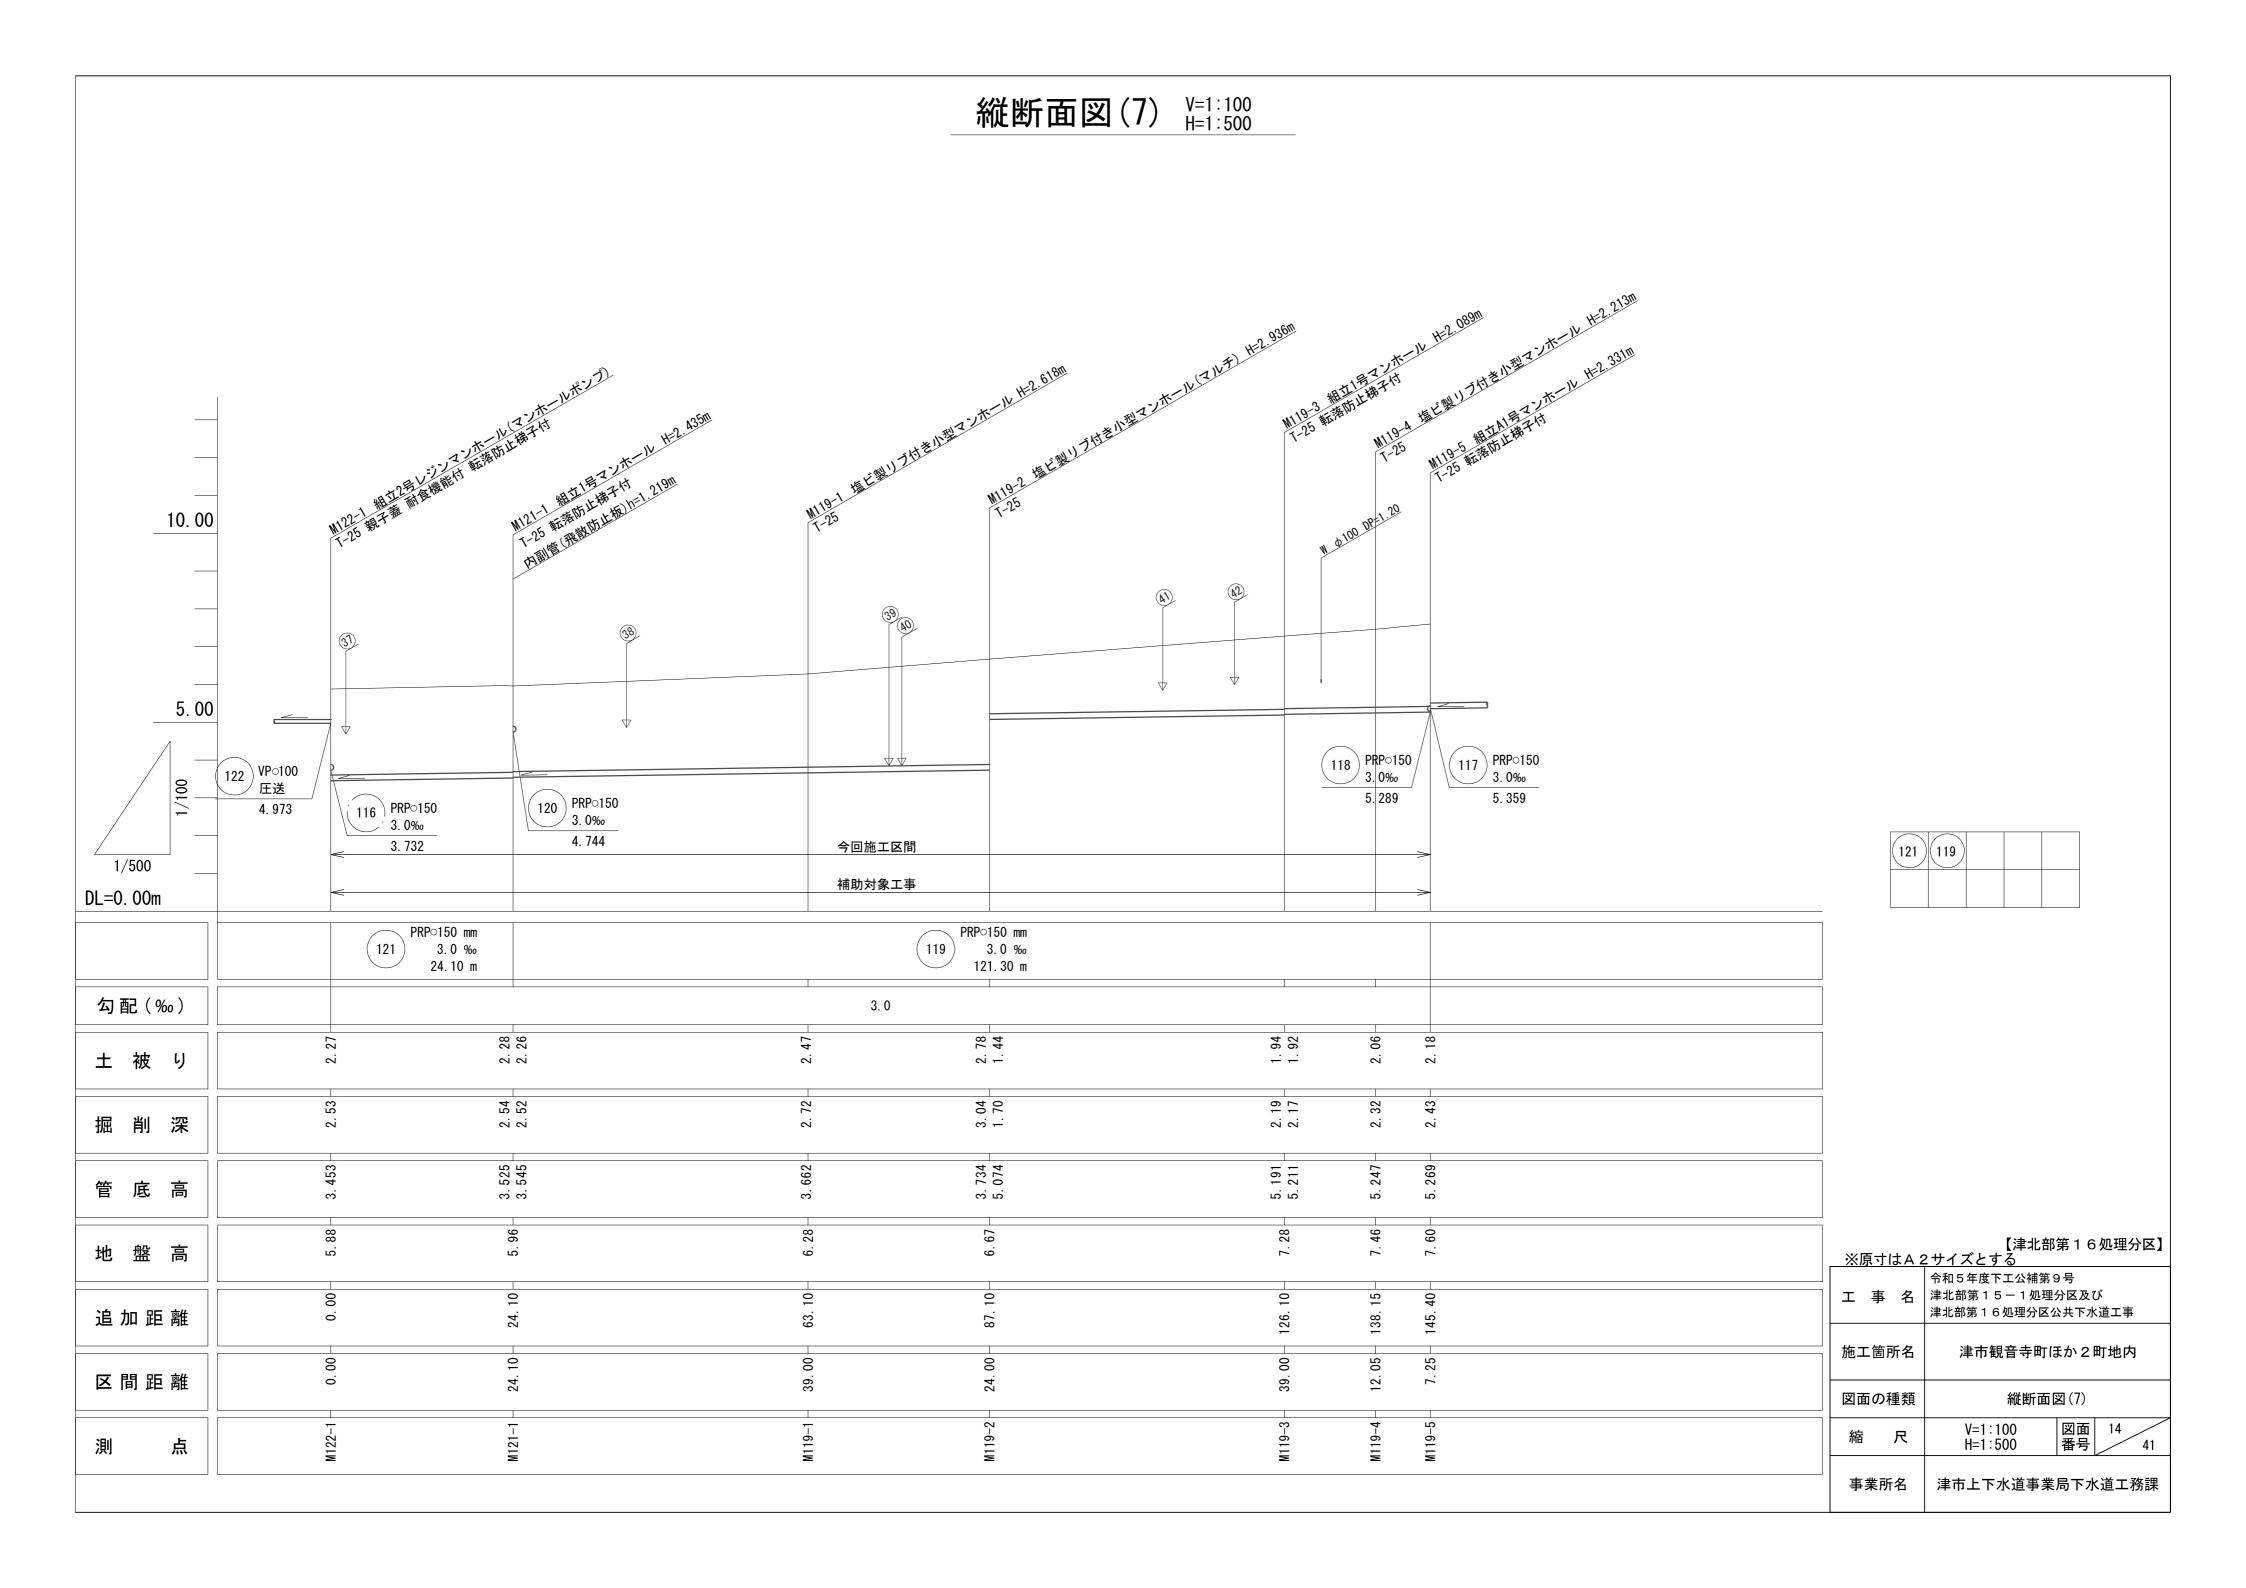


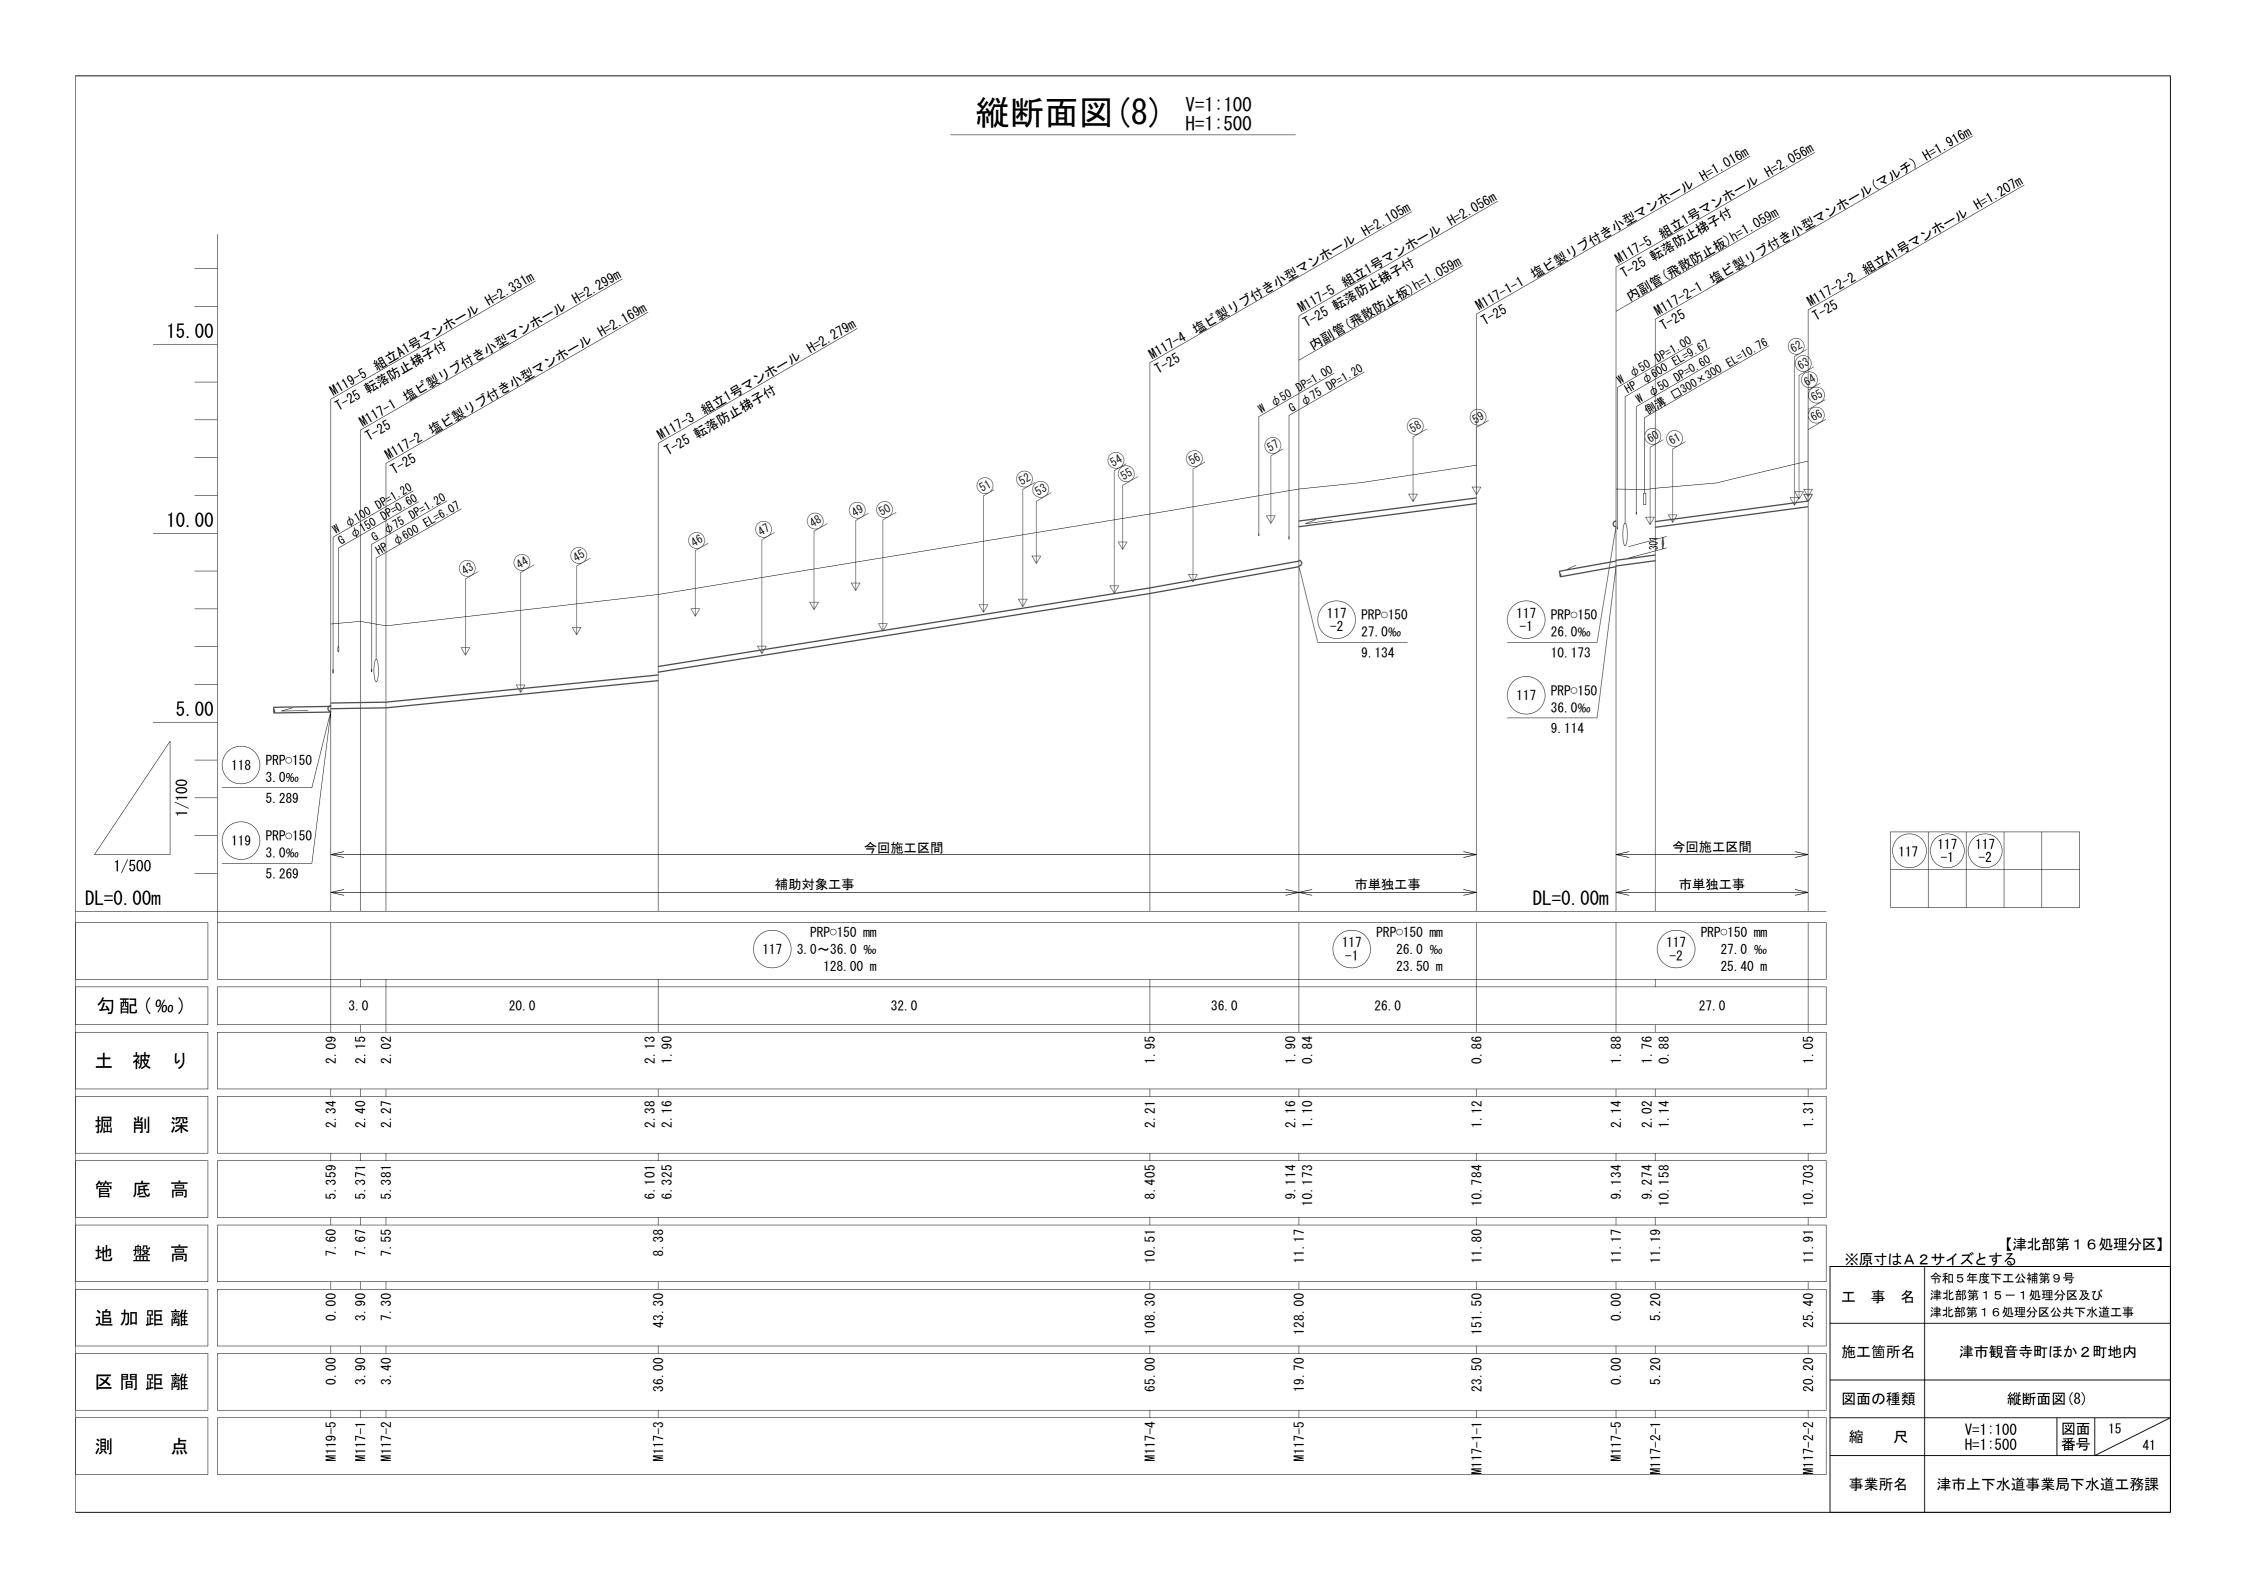


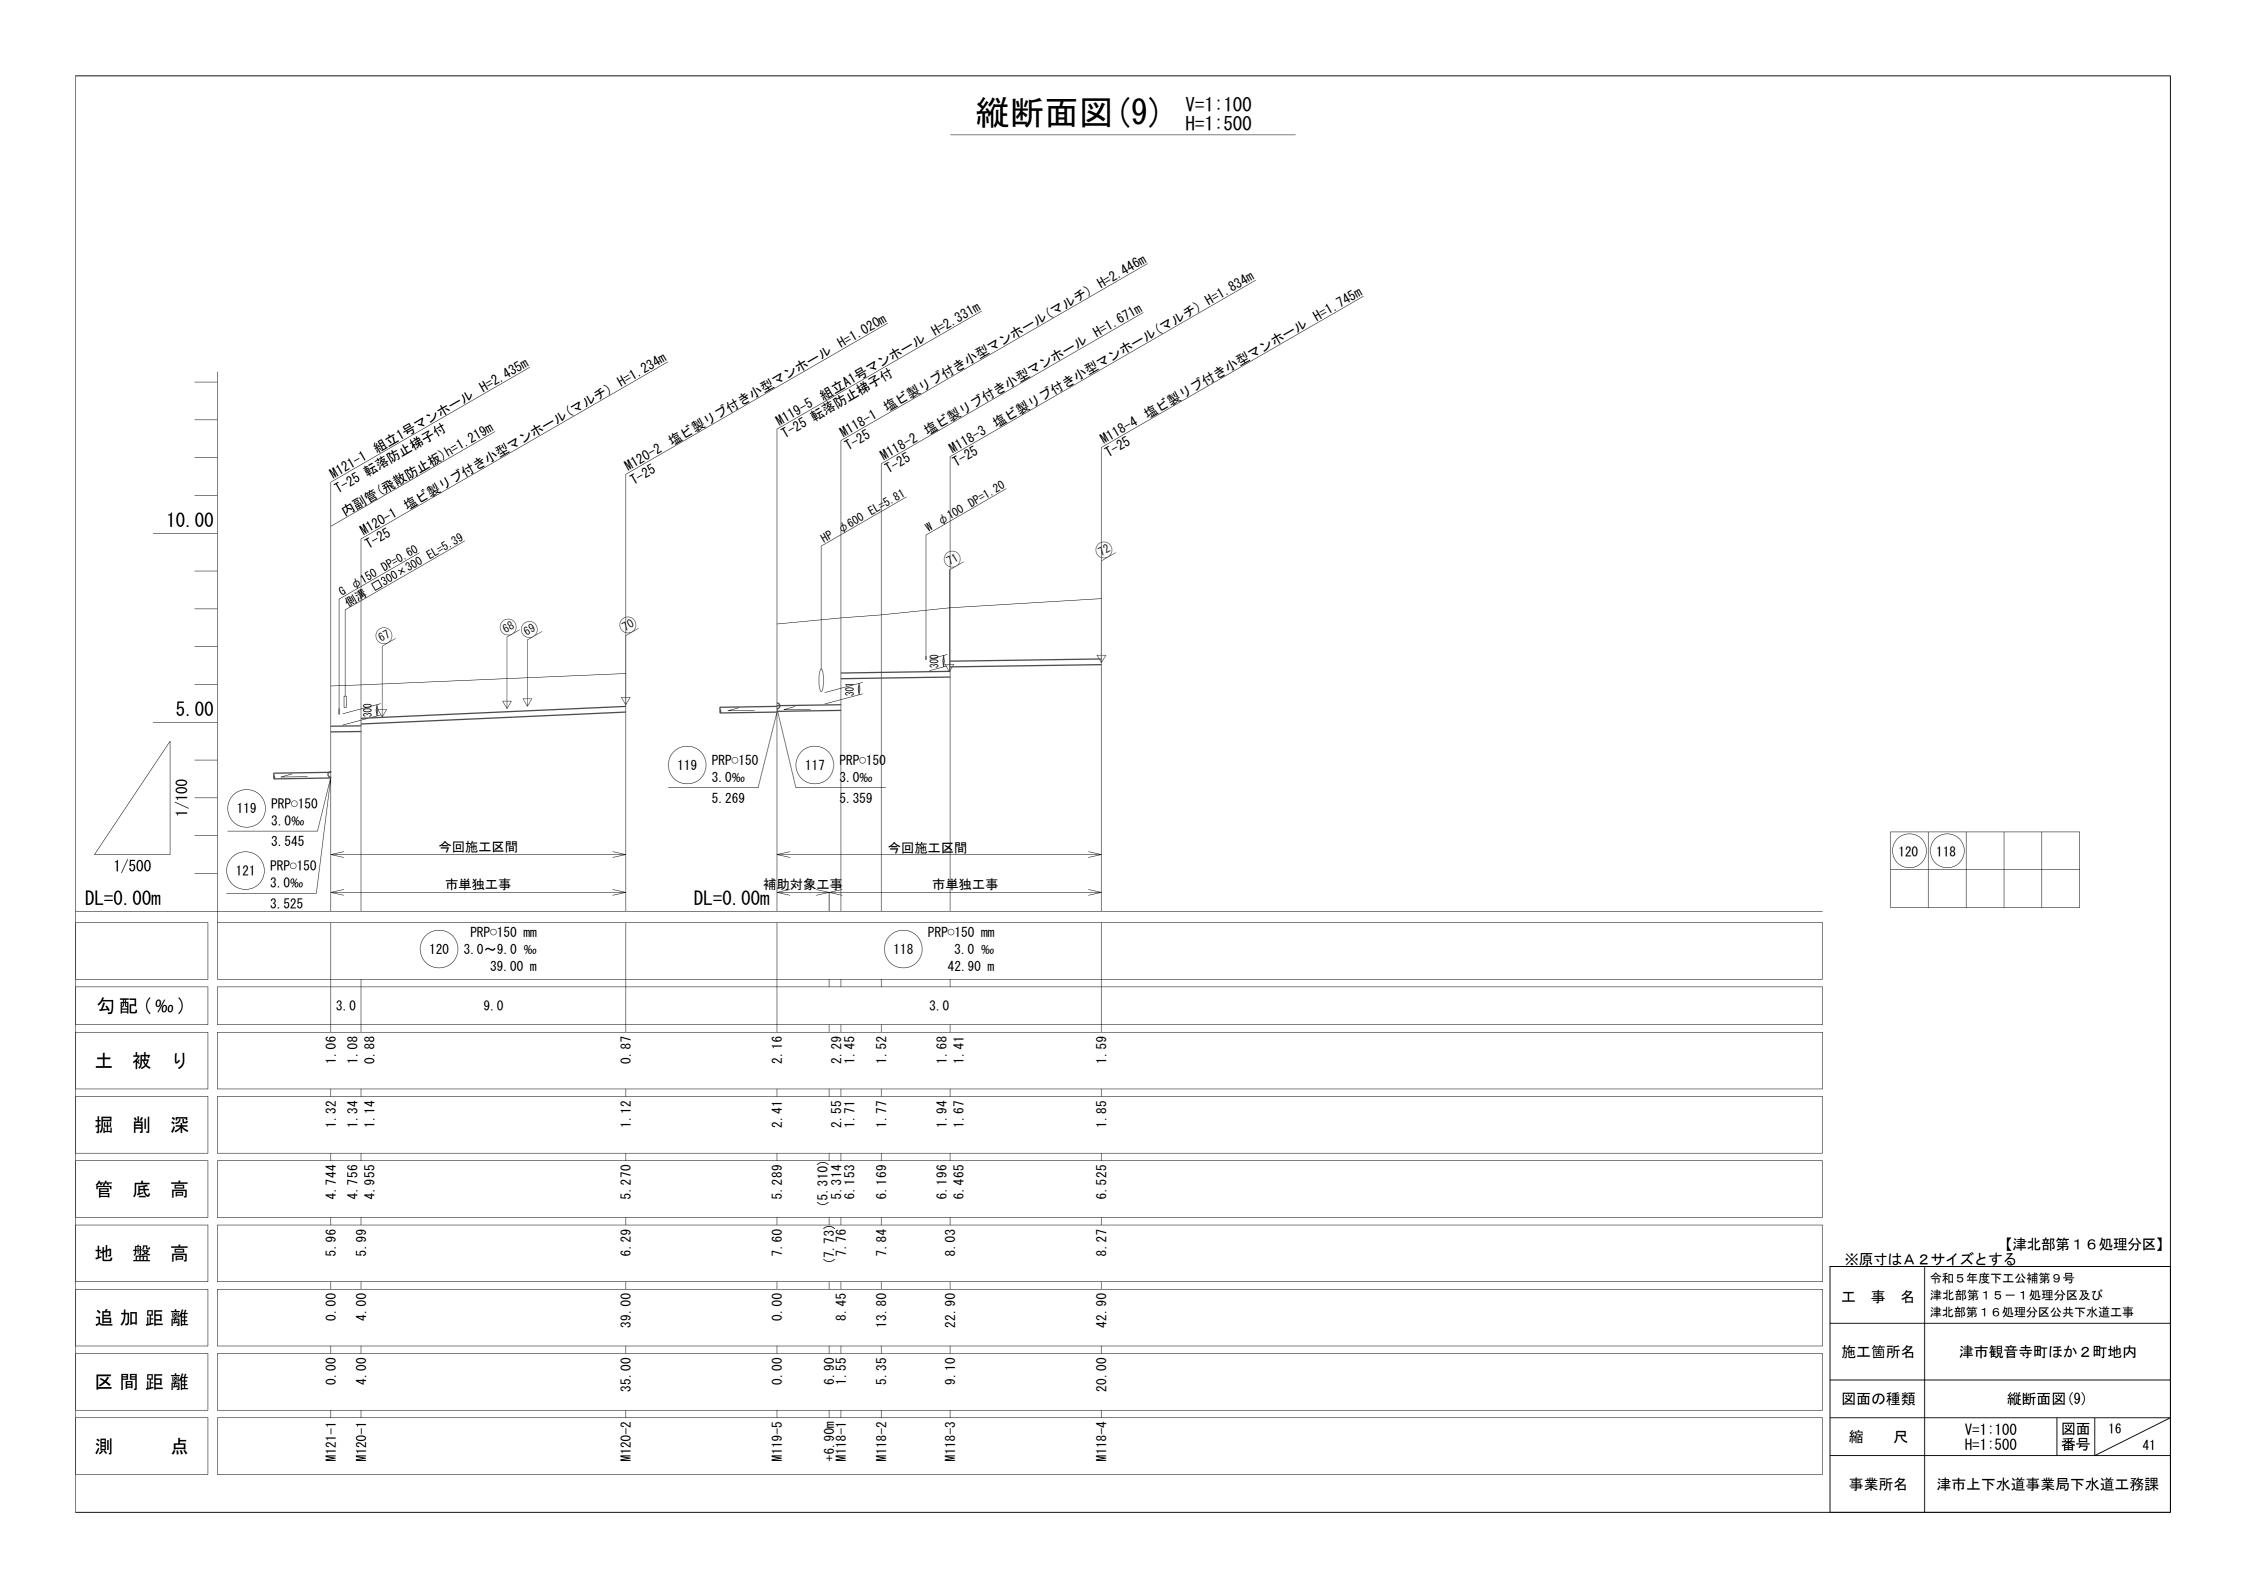


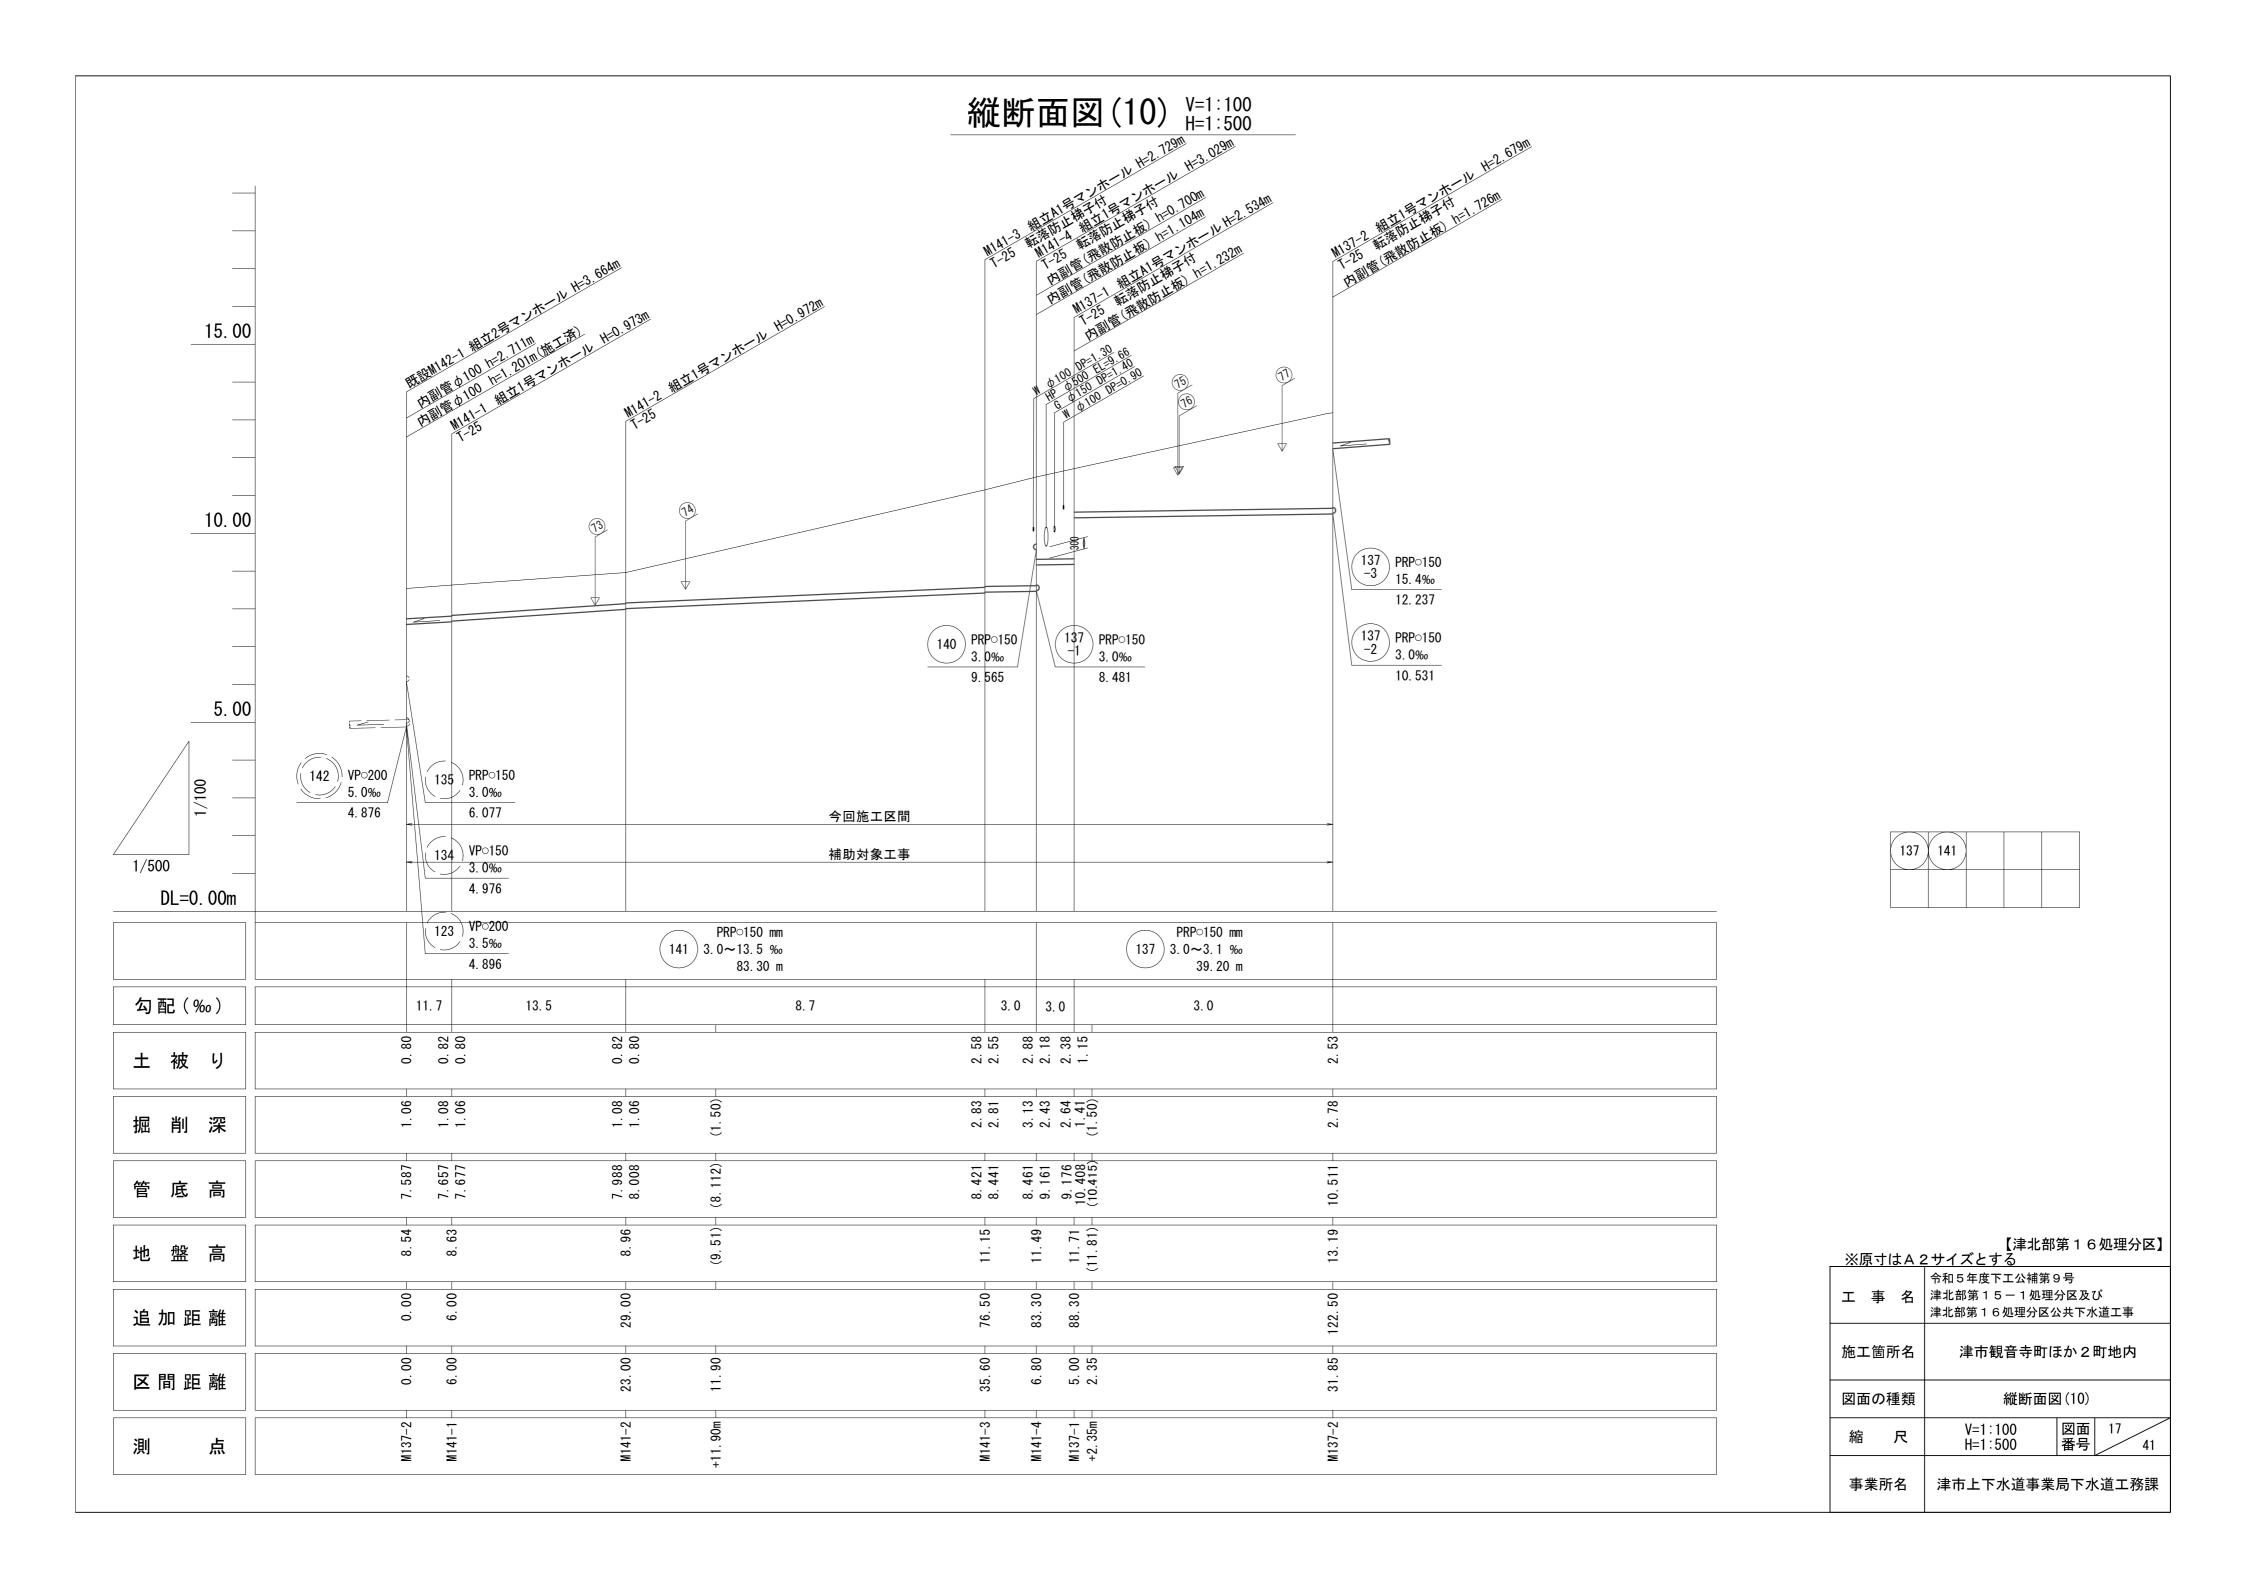


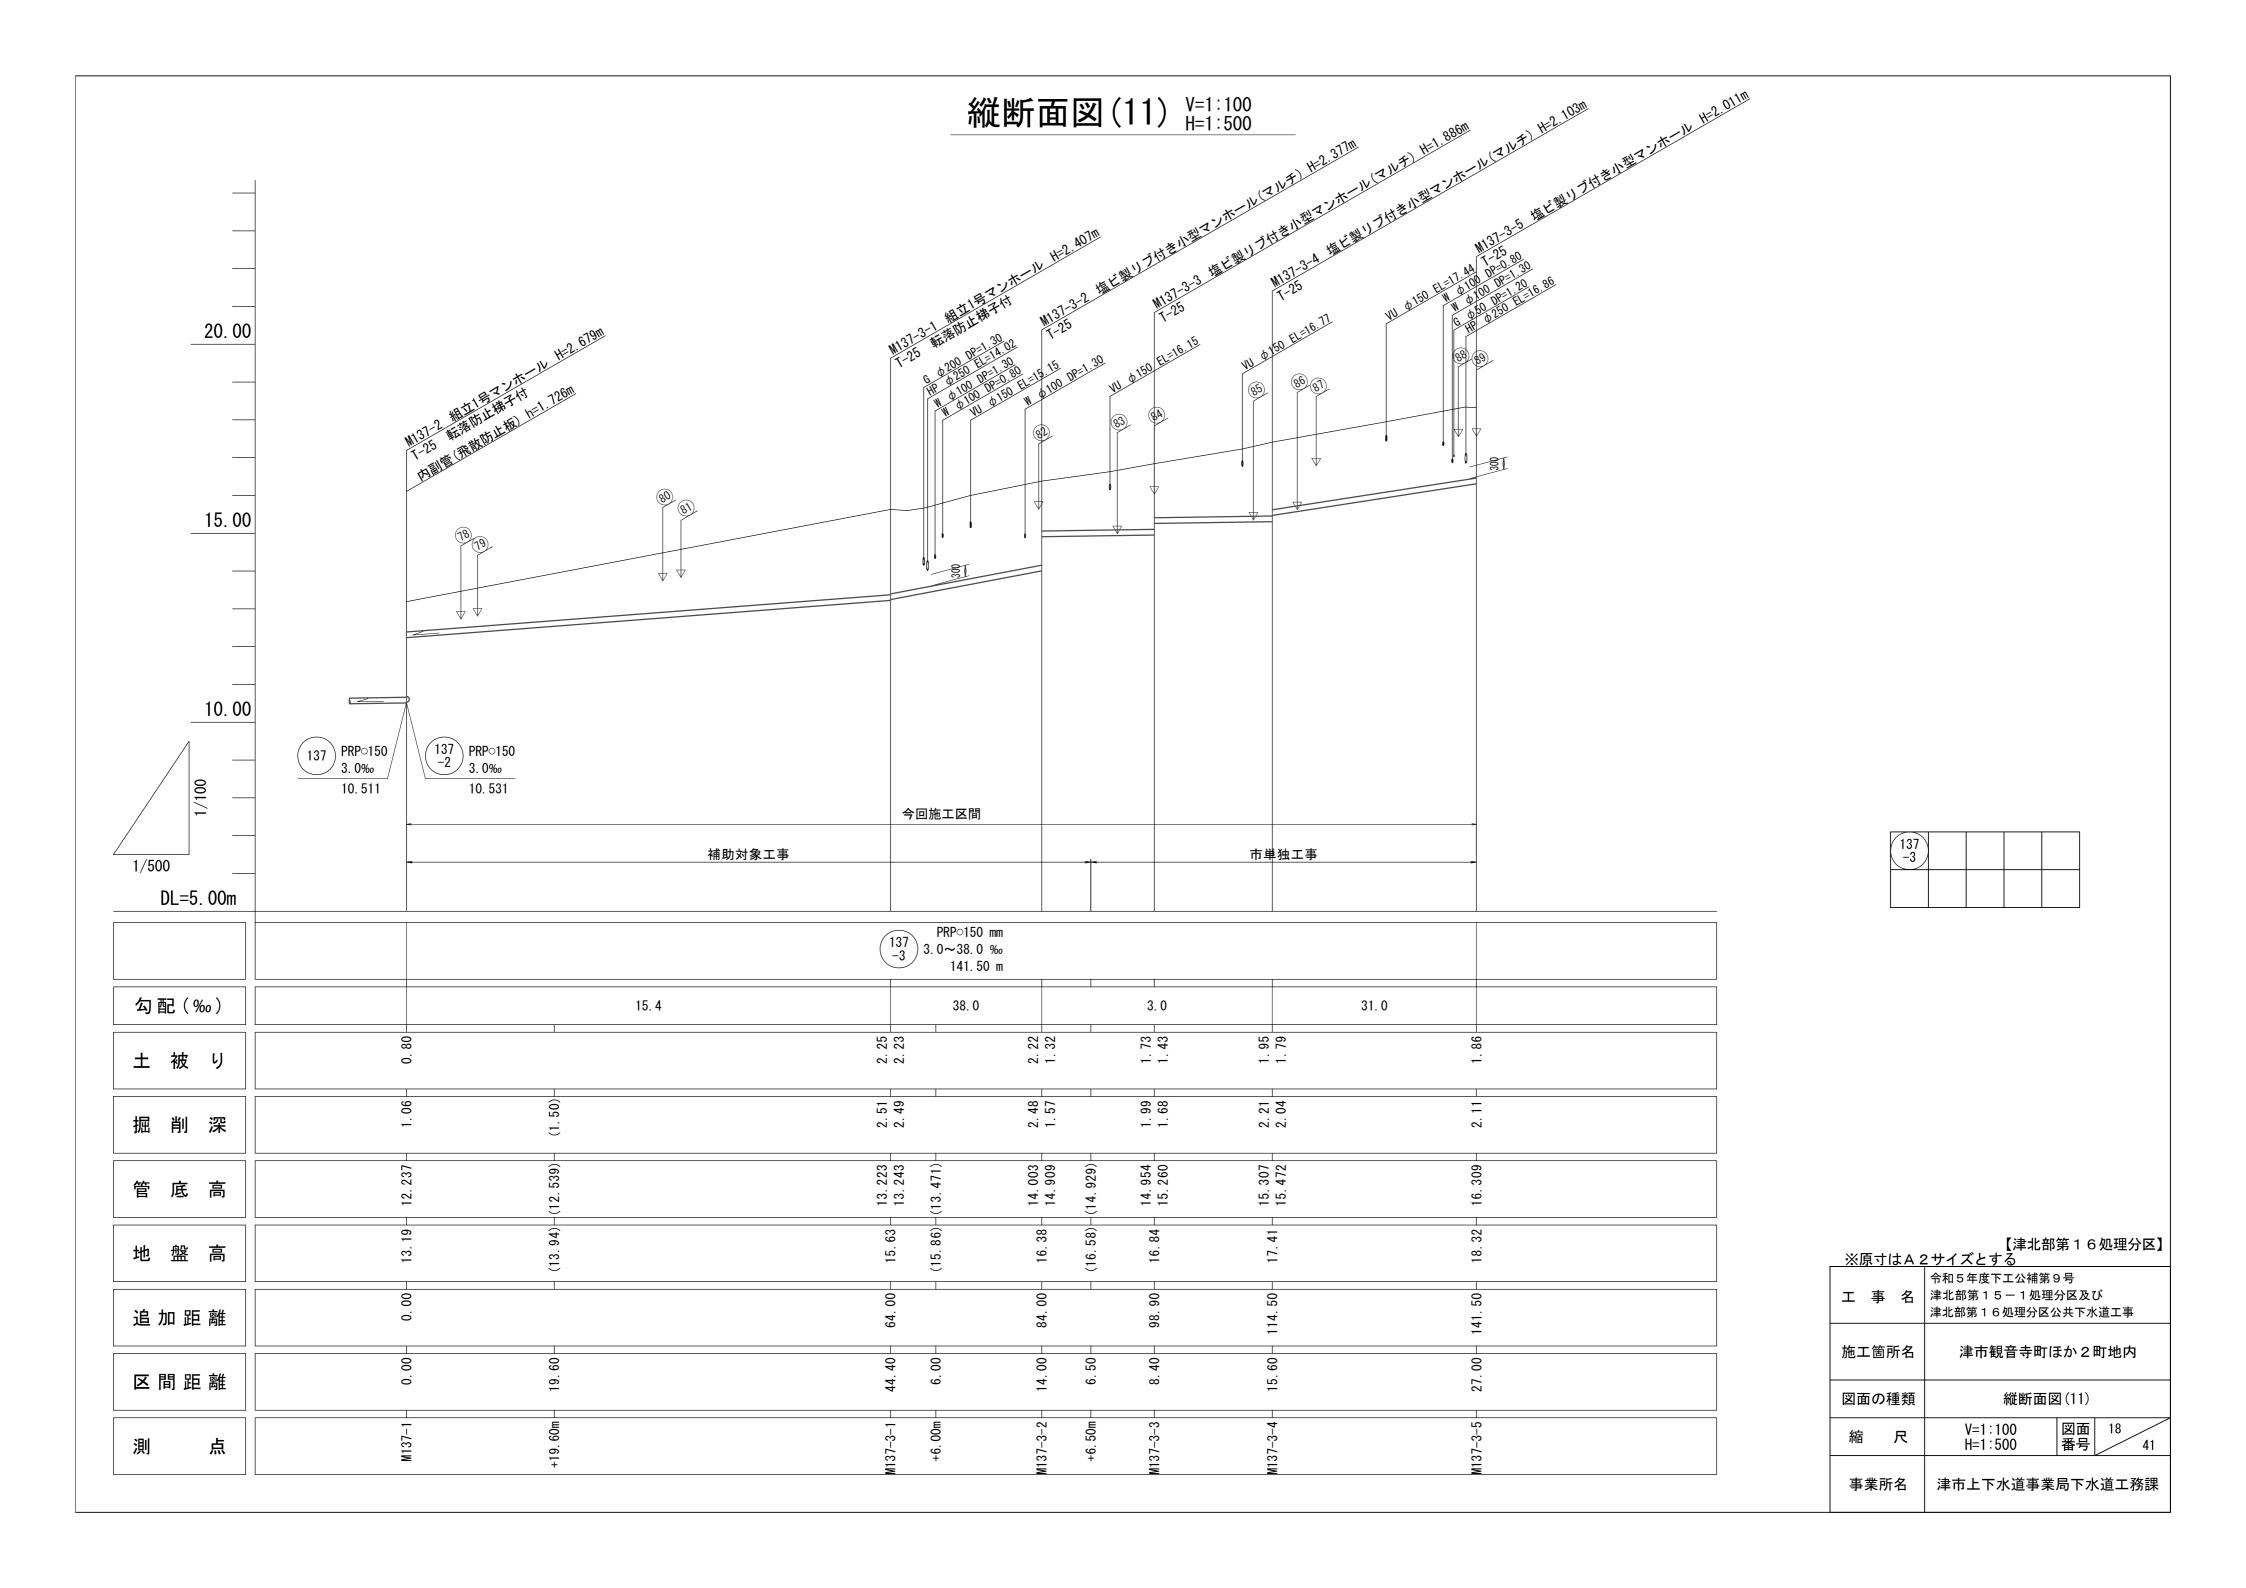

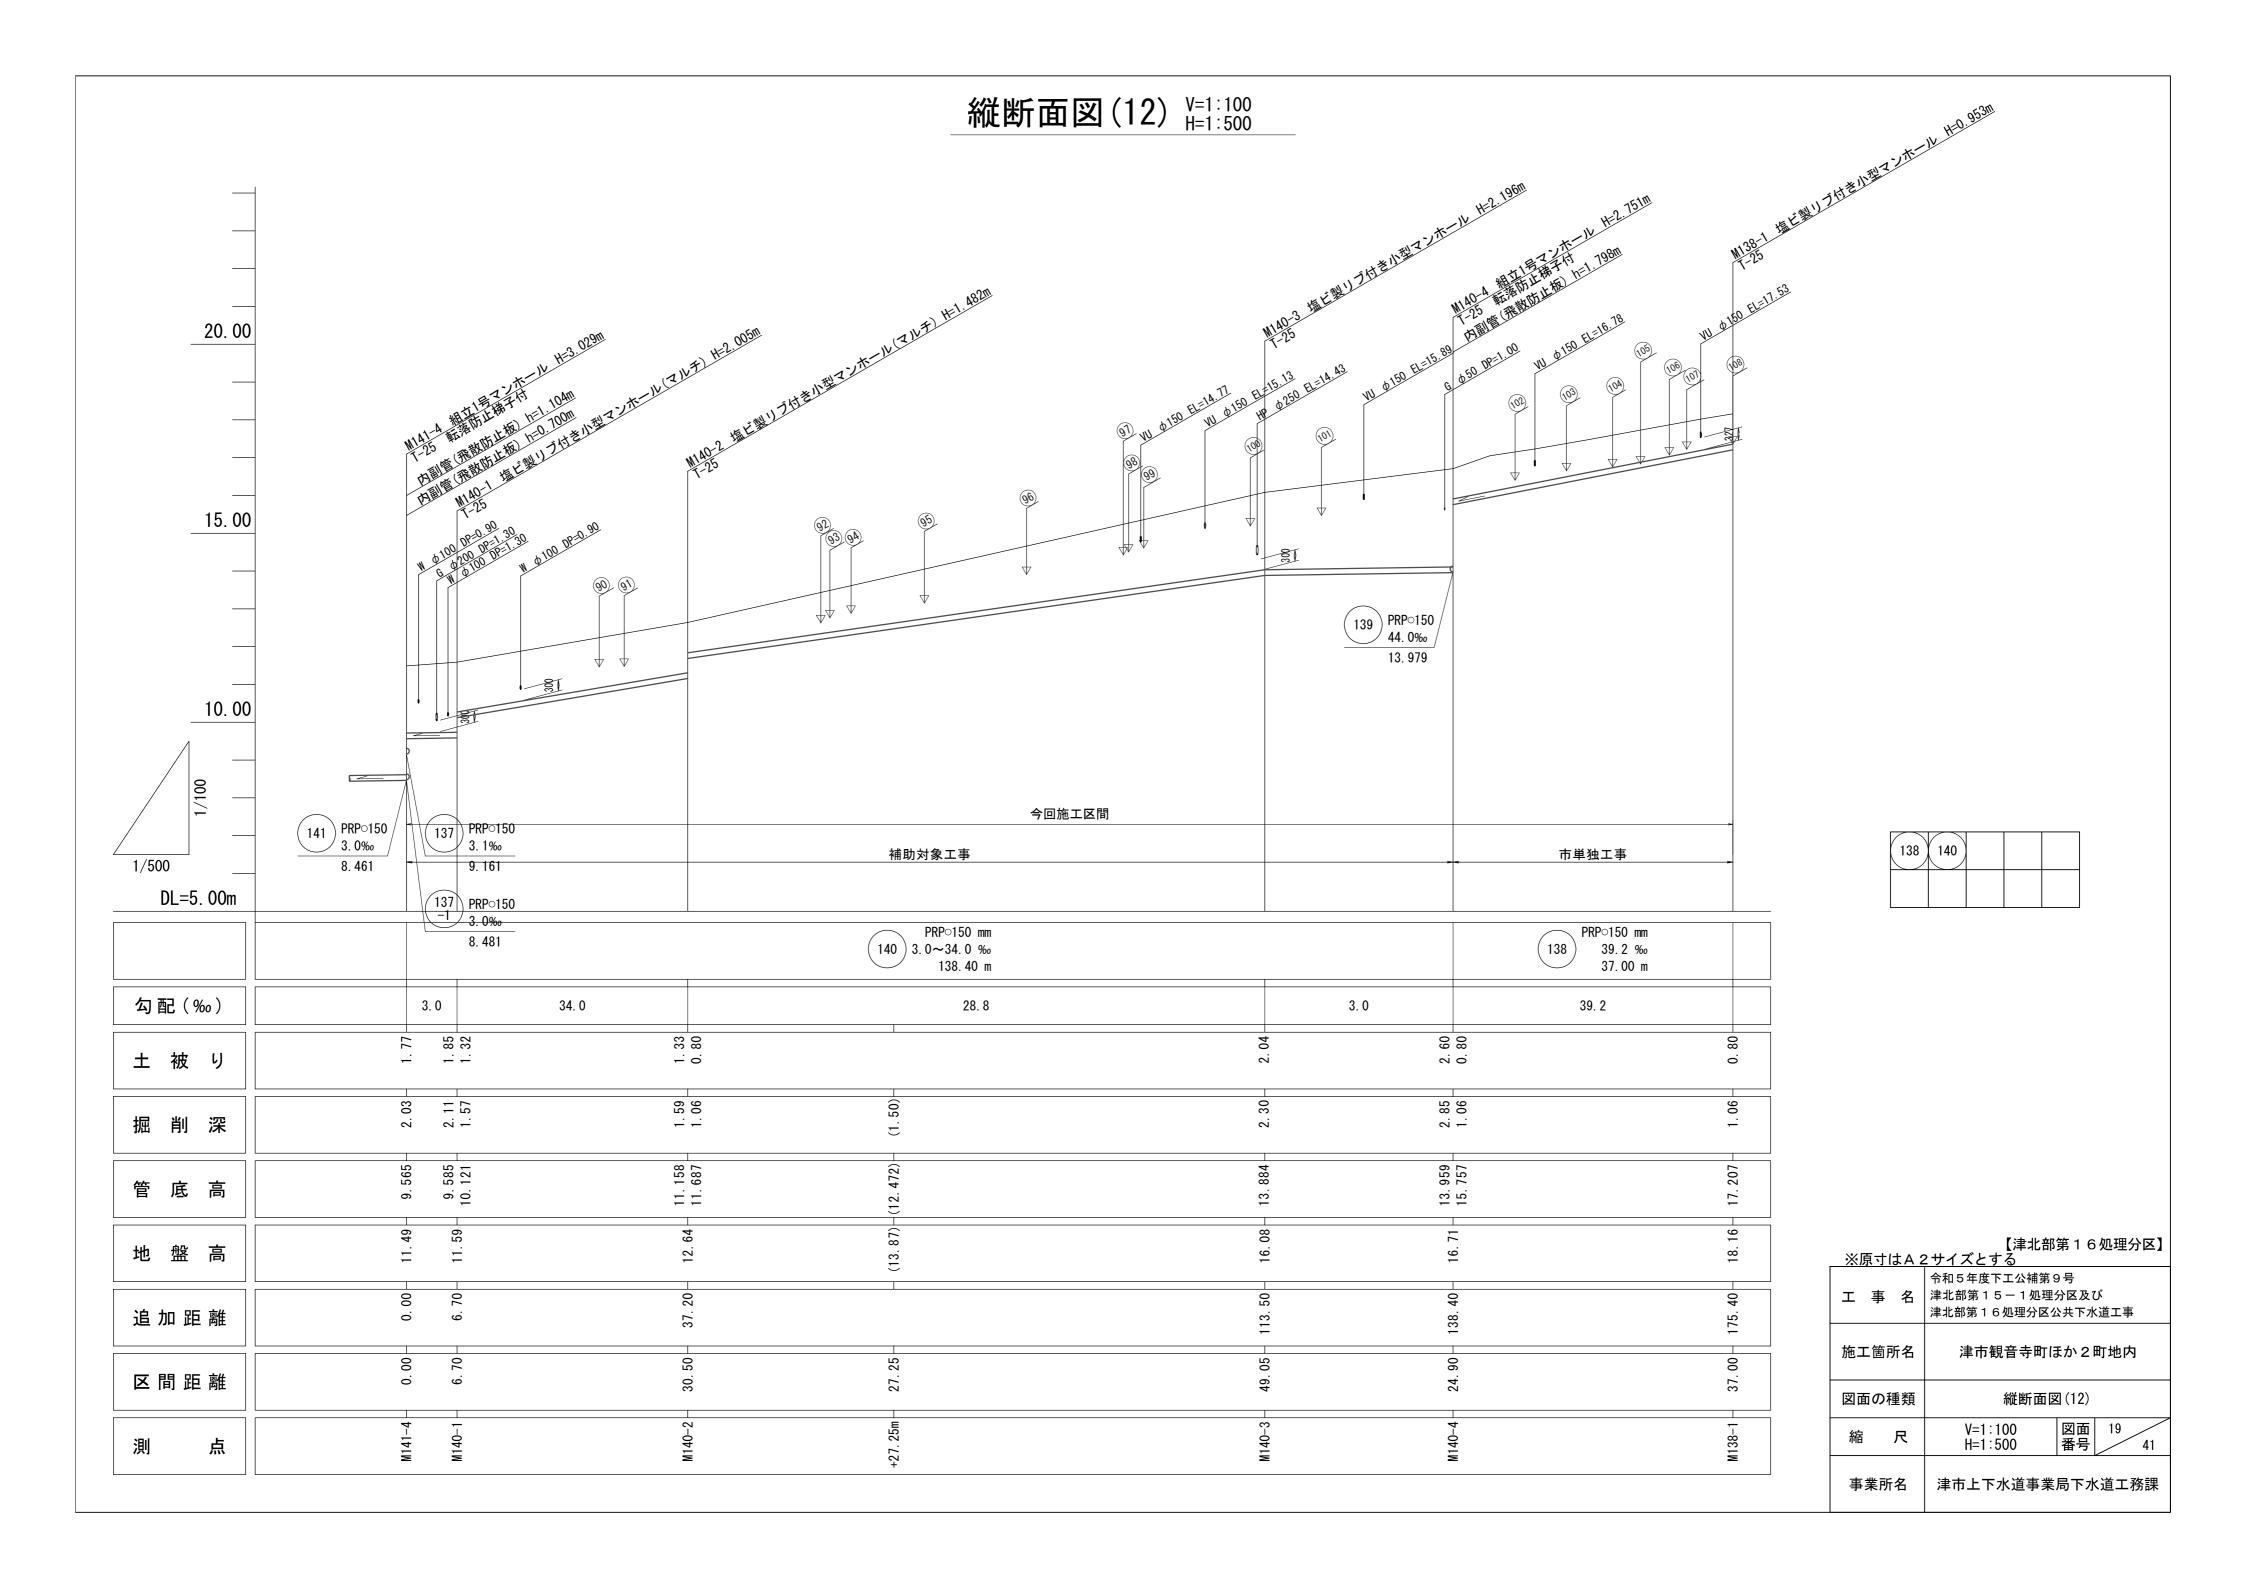

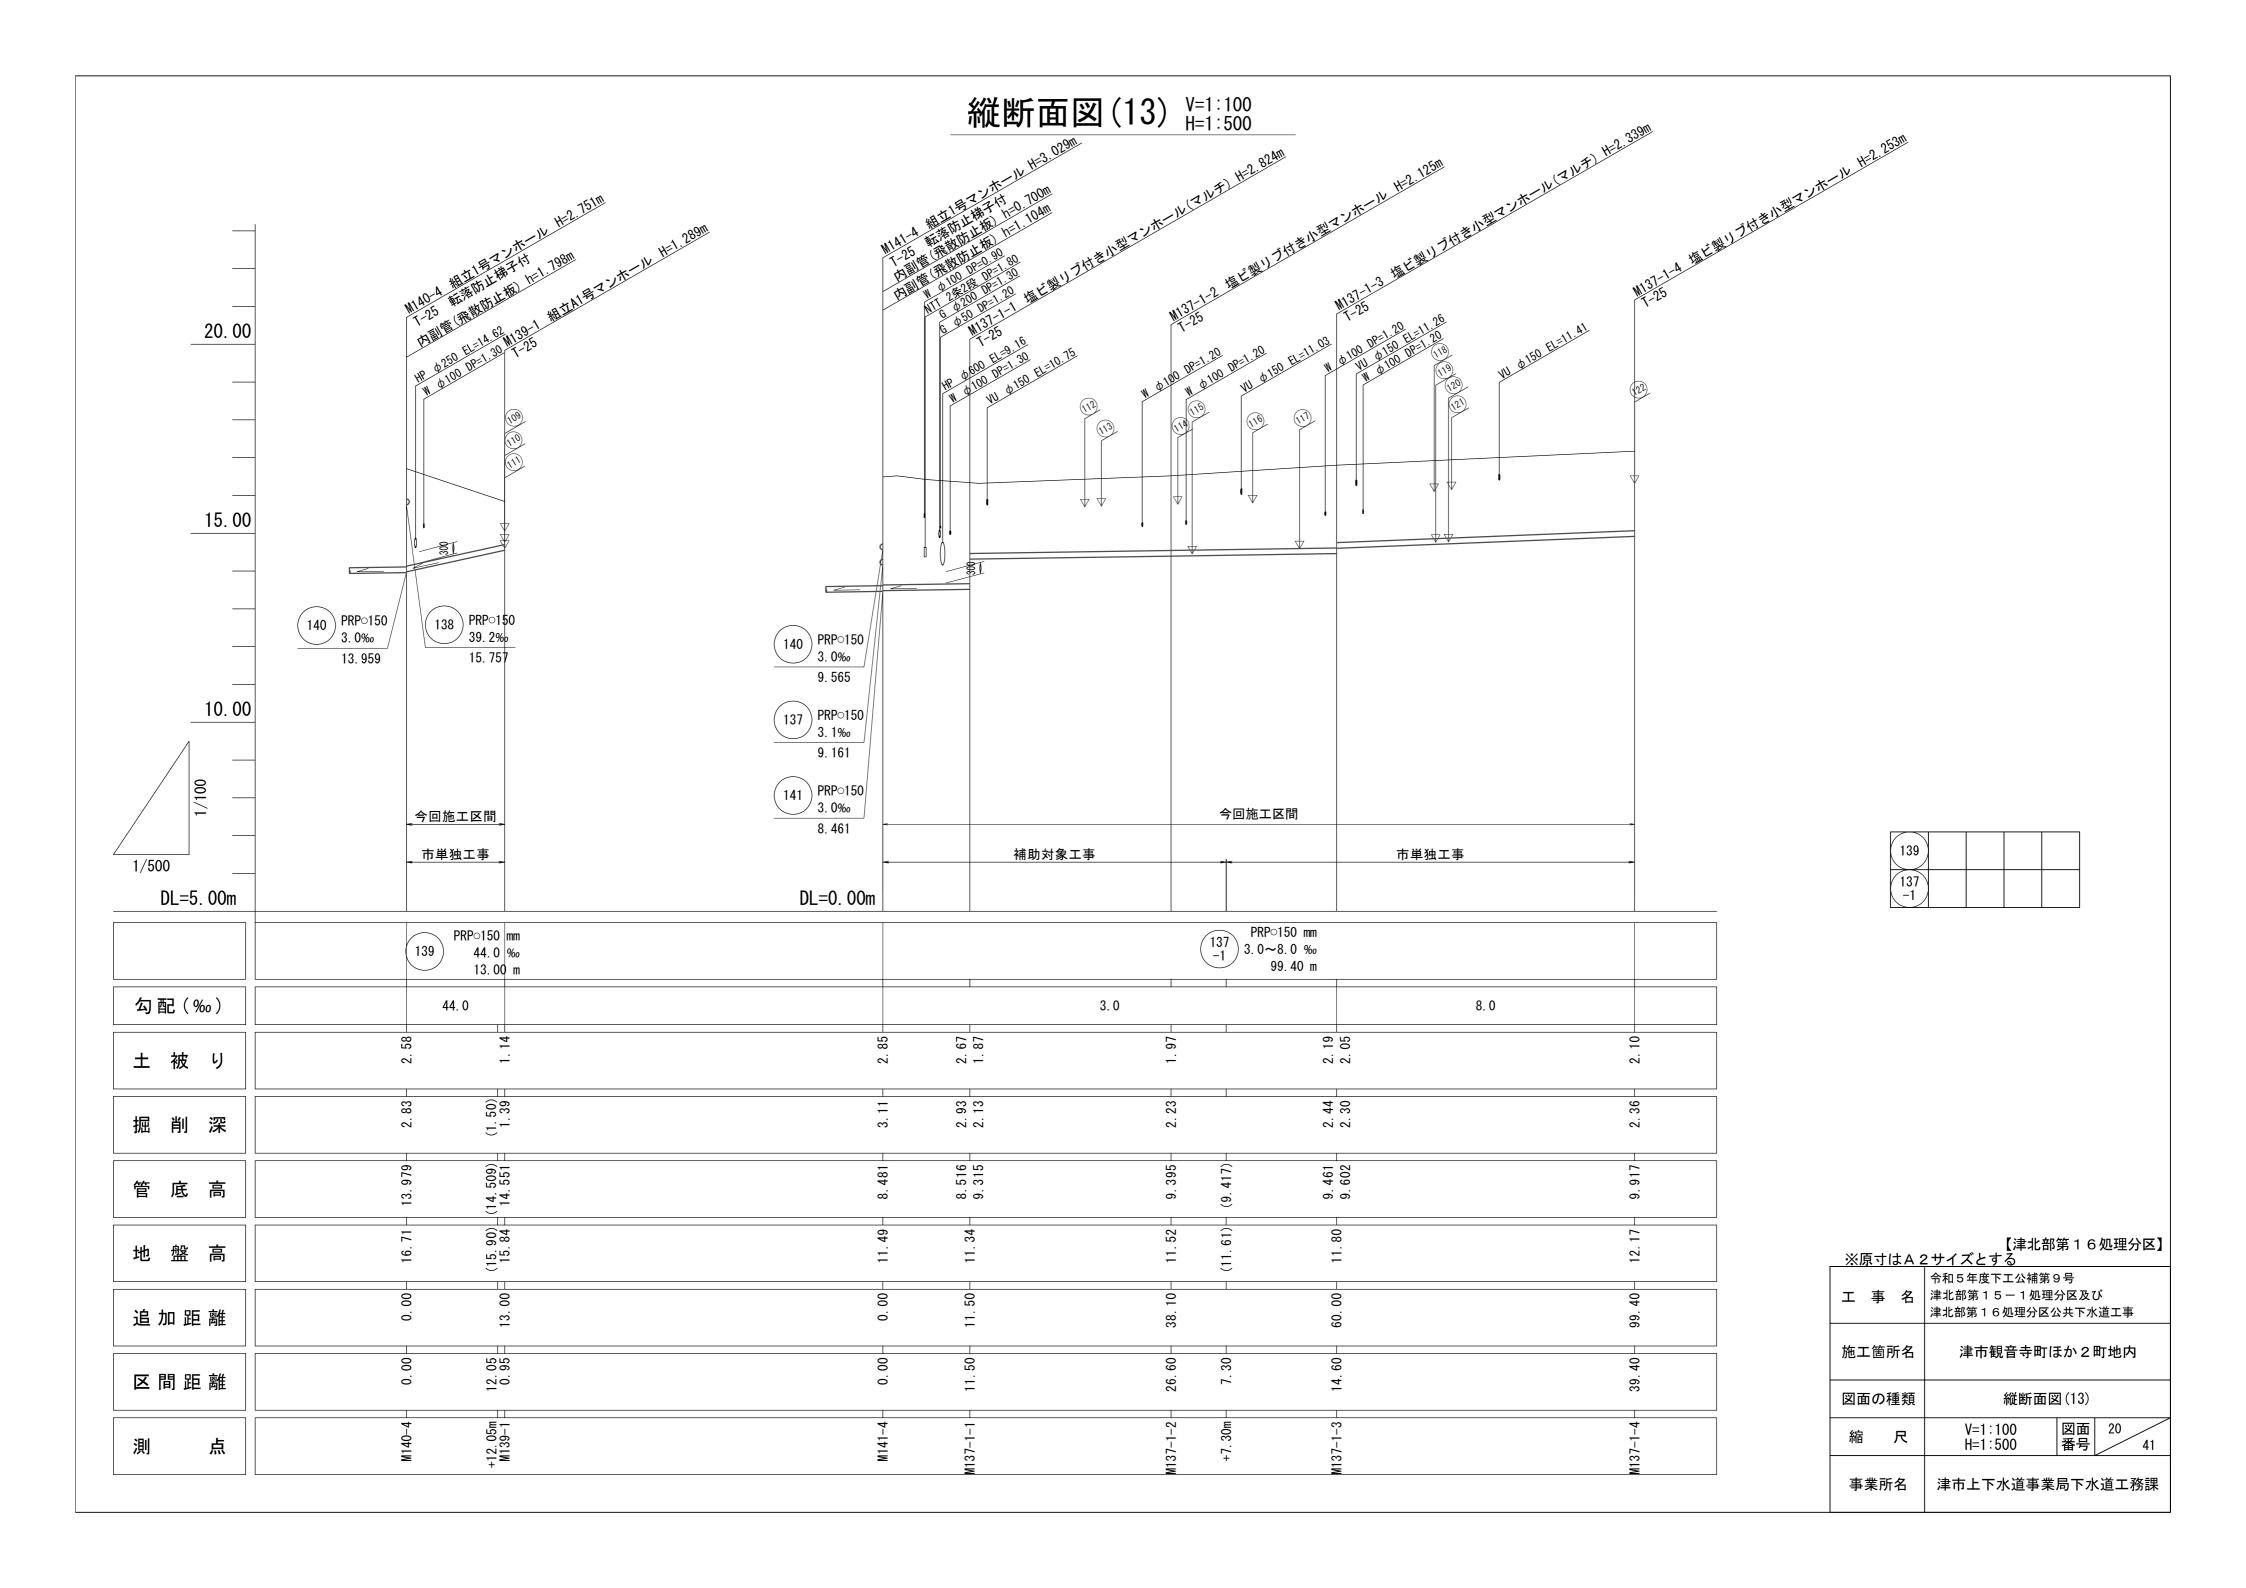

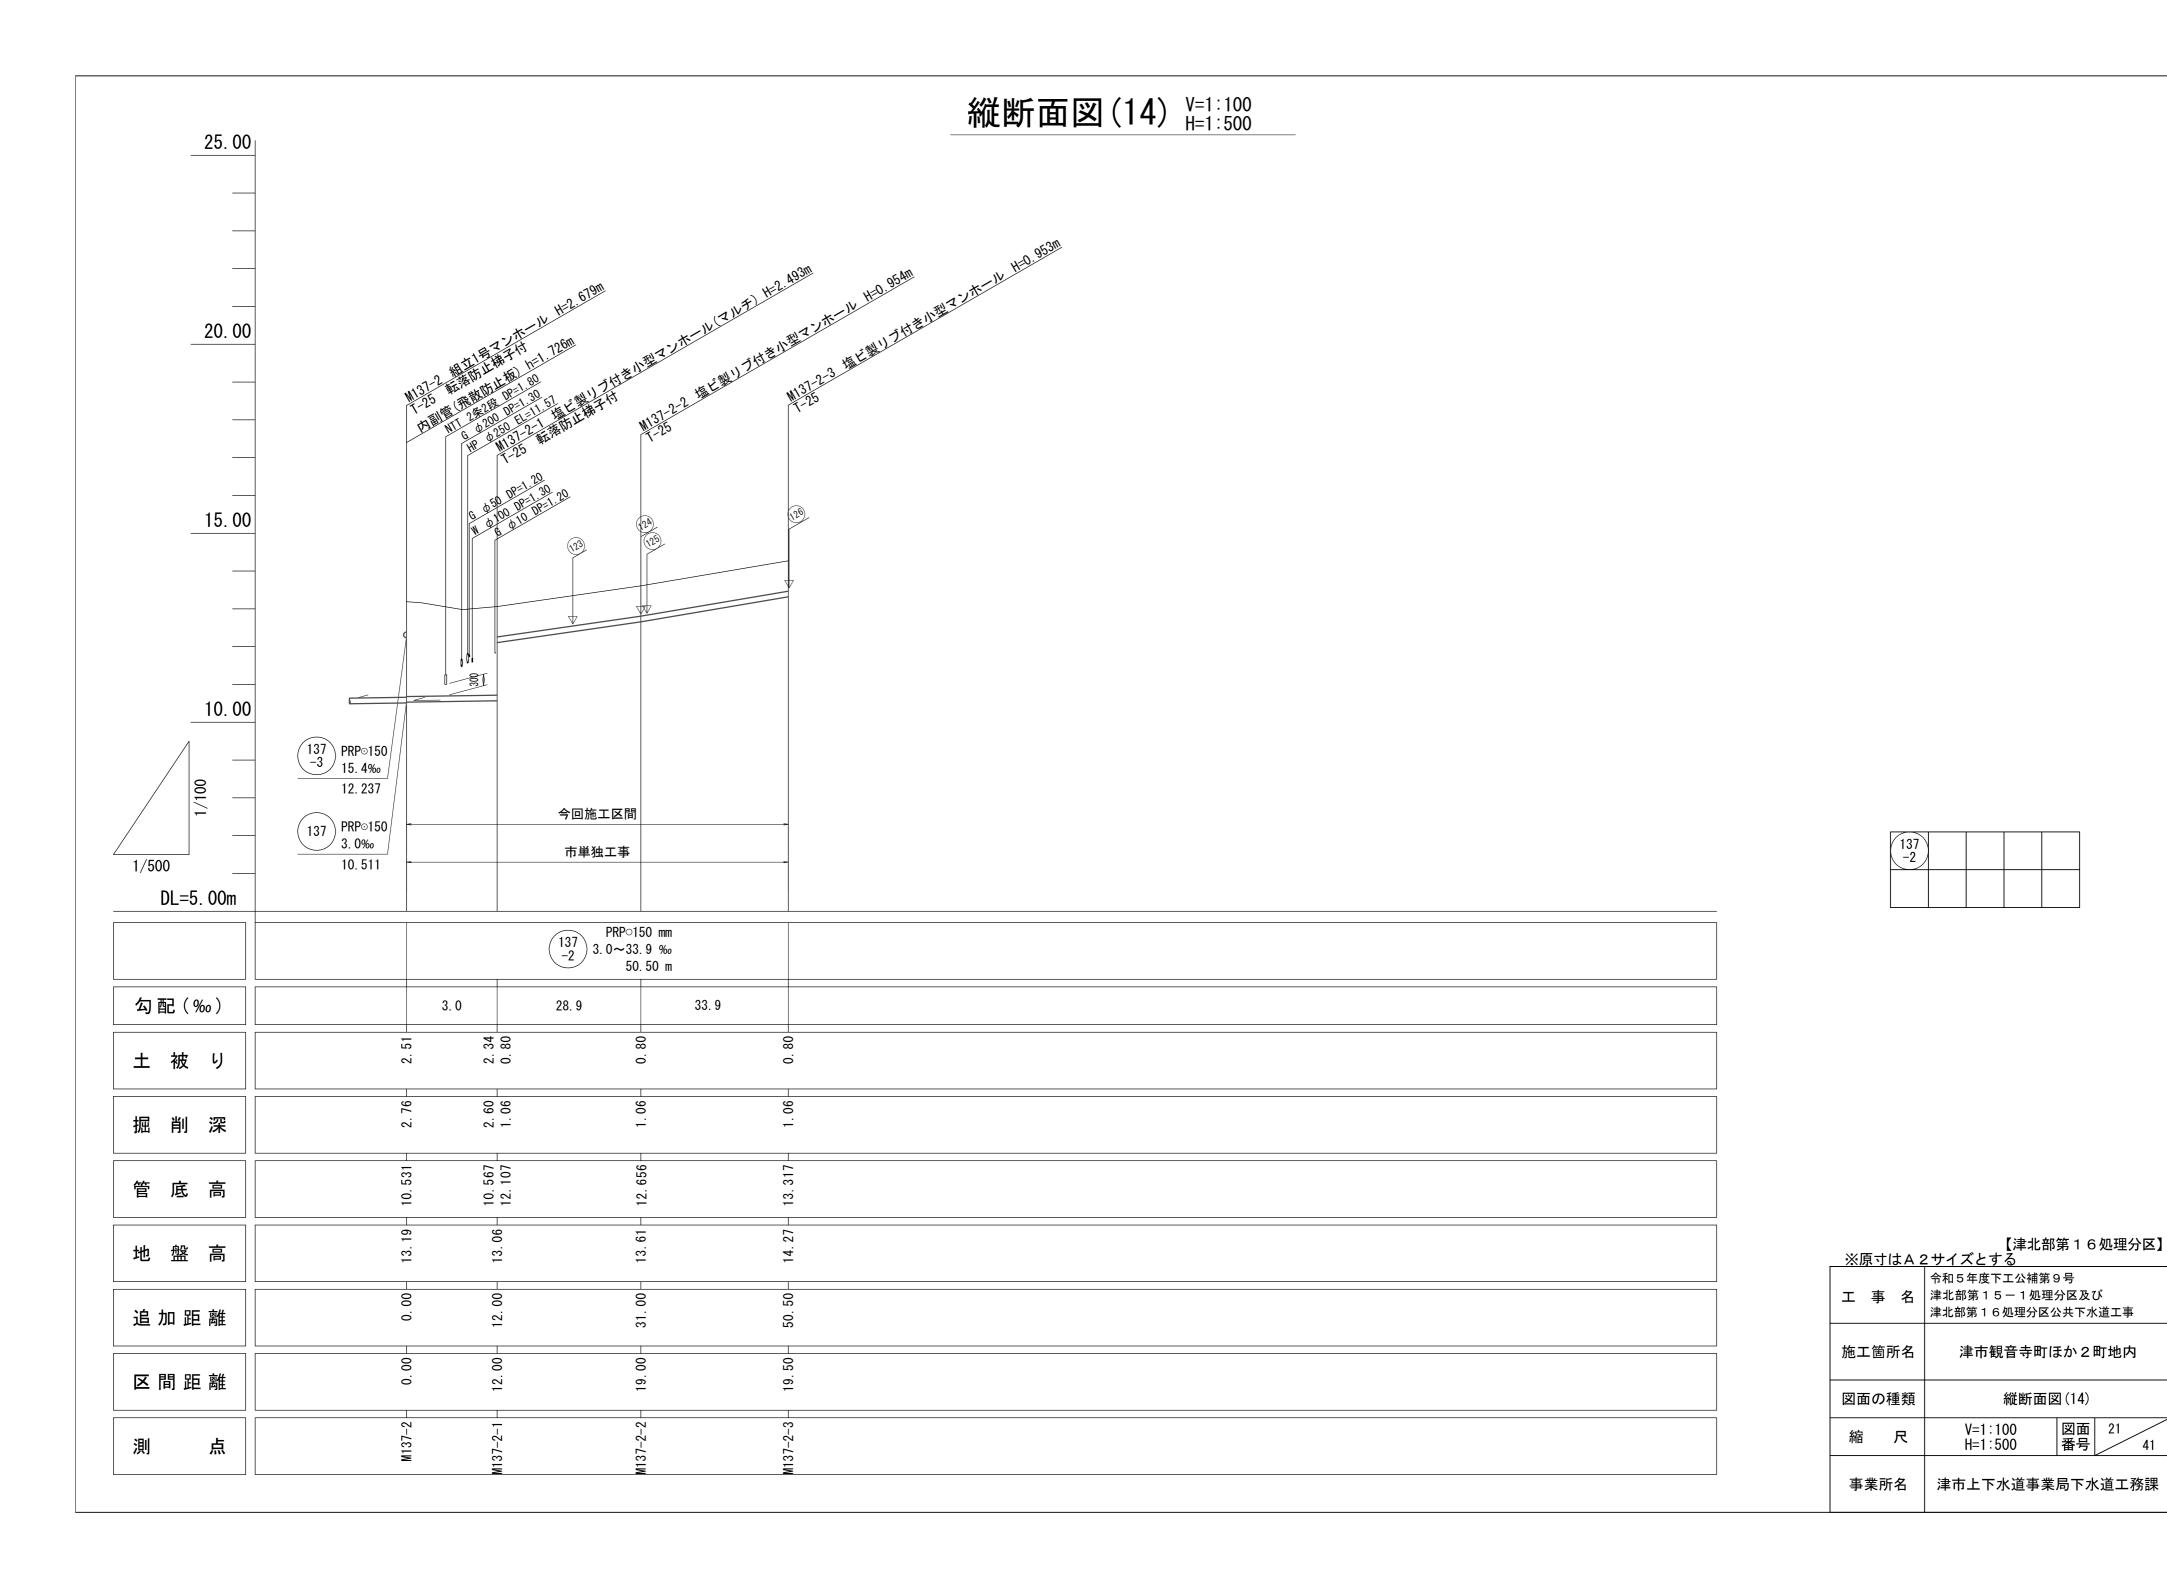

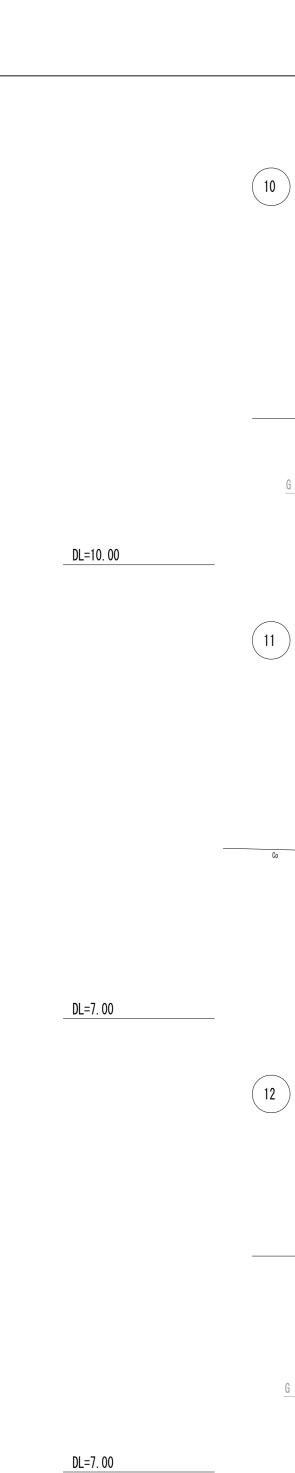

M10-2+13.00

900

M11-1+10.00

G PE φ 75 DP=0.60

W CIP Ø 100 DP=不明

G PE φ 75 DP=0.60

W VP φ 40 DP=0. 70~1. 20 PRP φ 150

G PEφ100 DP=0.60


W CIP φ 150 DP=1.30 **~** 1.50

PRP φ 150


900

M12-1+28.00

横断面図(1) _{S=1:100}

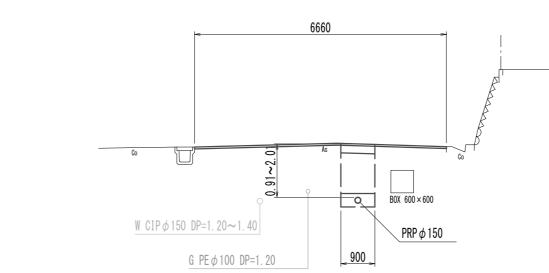

DL=5. 00

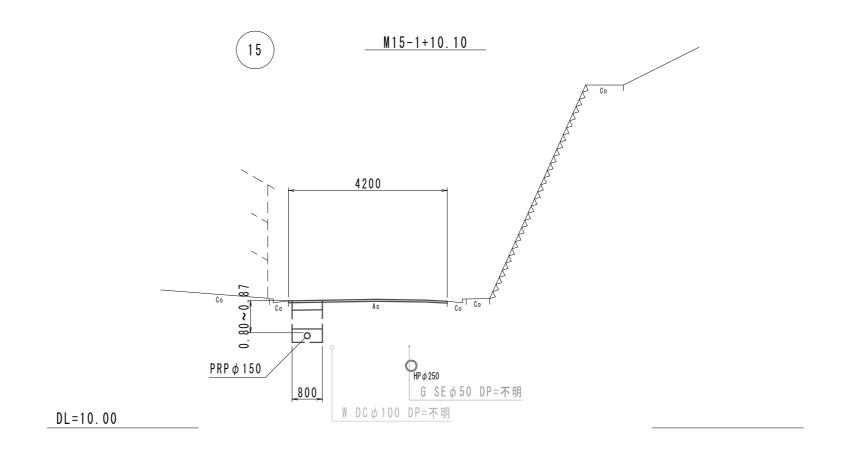



管者	番号表	ŧ
10	13	
11	15	
12		

	【津北部第15-1処理分区】
<u> </u>	【津北部第15-1処理分区】 はA2サイズとする

エ	事 名	令和5年度下工公補第9 津北部第15-1処理 津北部第16処理分区2	分区及び		
施工箇所名		津市観音寺町ほか2町地内			
図面の種類		横断面図(1)			
縮	尺	S=1:100	図面 番号	22	41
事業所名		津市上下水道事業	局下水	道工	答課


横断面図(2) _{S=1:100}

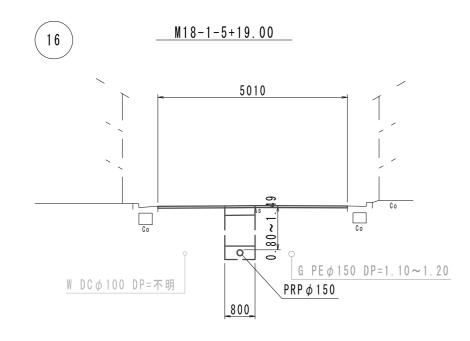

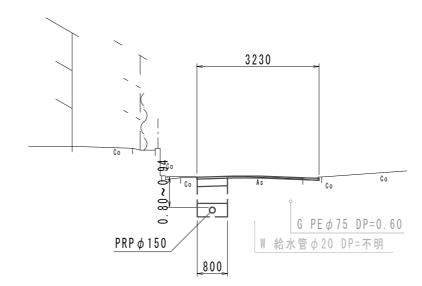

DL=5.00 ______


<u>M17-1+31.00</u>

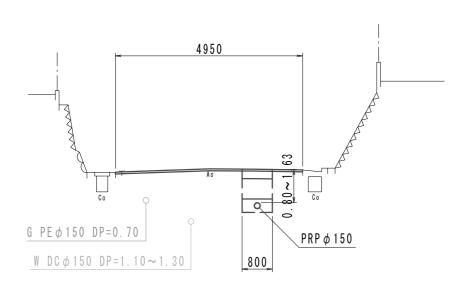

DL=5.00

<u>M18-1-2+20.80</u>

DL=5.00

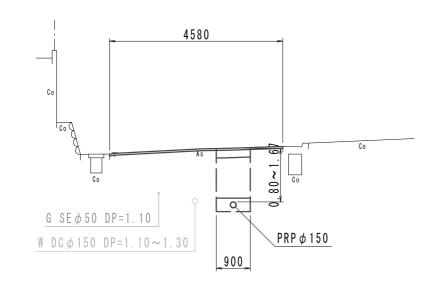

管番号表 16 (18-2) 17 (18-1)

【津北部第15-1処理分区】 ※原式は42サイズとする

一次は「はAEリイスとする					
エ	事 名	令和5年度下工公補第9号 津北部第15-1処理分区及び 津北部第16処理分区公共下水道工事			
施工箇所名		津市観音寺町ほか2町地内			
図面の種類		横断面	図(2)		
縮	尺	S=1:100	図面 番号	23	41
事業所名		津市上下水道事業	局下水	く道工剤	 务課

横断面図(3) _{S=1:100}

DL=4. 00

M119-3+5. 00

4450

6

6


6

700 900

PRP φ 150

PRP φ 150


<u>M120-1+18.00</u>

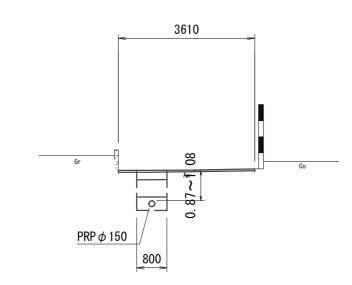

DL=2. 00

DL=3. 00

122 121 <u>M122-1+13. 10</u>

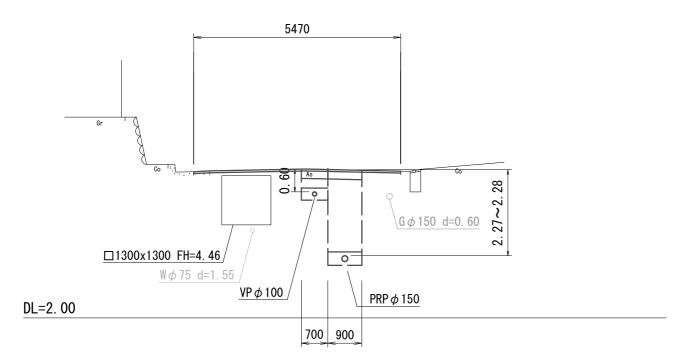

M117-3+3. 00

4350

W DIP φ 75

PRP φ 150

PRP φ 150

M117-3+3. 00

HP φ 600 FH=6. 75

M117-4+2. 00

4510

W DIP φ 75

PRP φ 150


PRP φ 150

PRP φ 500 FH=9. 07


【津北部第16処理分区】 ※原寸はA2サイズとする

エ゠	事 名	令和5年度下工公補第9号 津北部第15-1処理分区及び 津北部第16処理分区公共下水道工事			
施工箇所名		津市観音寺町ほか2町地内			
図面の種類		横断面図(3)			
縮	尺	S=1:100	図面 番号	24	41
事業所名		津市上下水道事業	局下水	《道工》	務課


<u>M117-4+8. 20</u>

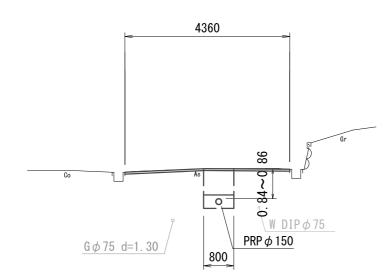


DL=7. 00

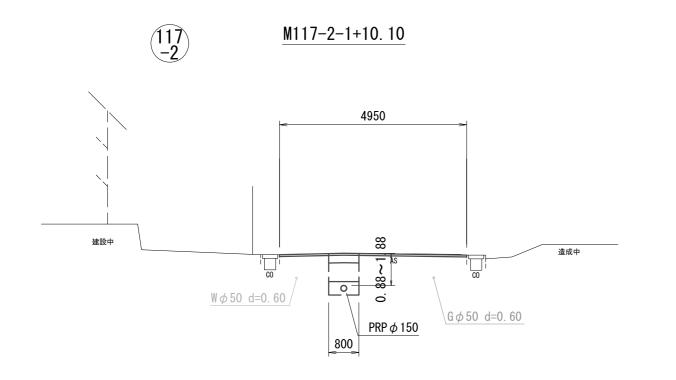


DL=7. 00

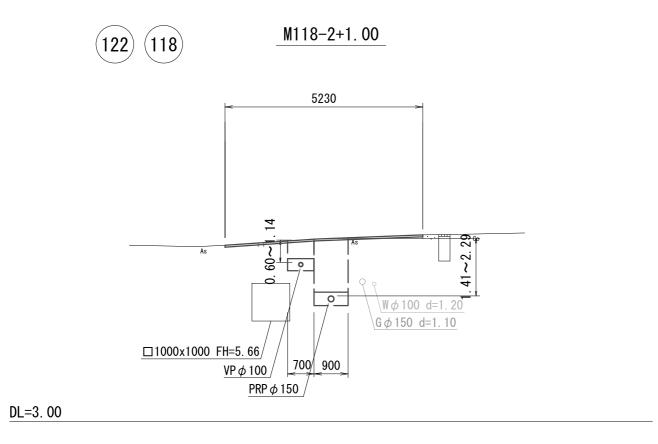

横断面図(4) _{S=1:100}

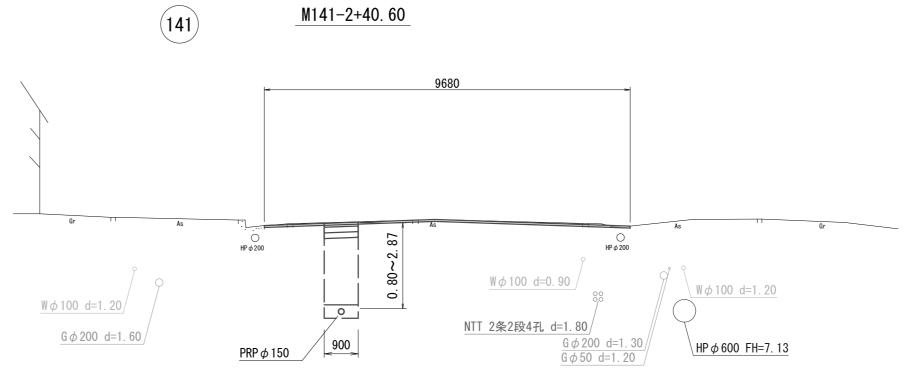

DL=5. 00

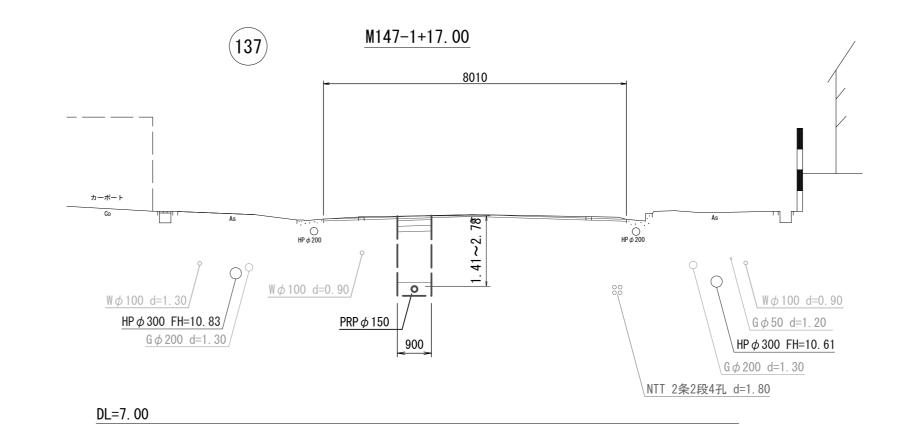



管	番号	表
117		141
117 -2		137
122	118	


ニュート 【津北部第16処理分区 医コルトのリンデトナス

※原寸はA2サイスと96					
エ	事 名	令和5年度下工公補第9 津北部第15-1処理 津北部第16処理分区2	分区及7		
施工箇所名		津市観音寺町ほか2町地内			
図面の種類		横断面圆	図(4)		
縮尺		S=1:100	図面 番号	25	41
事業所名		津市上下水道事業	局下水	《道工彩	務課

横断面図(5) _{S=1:100}

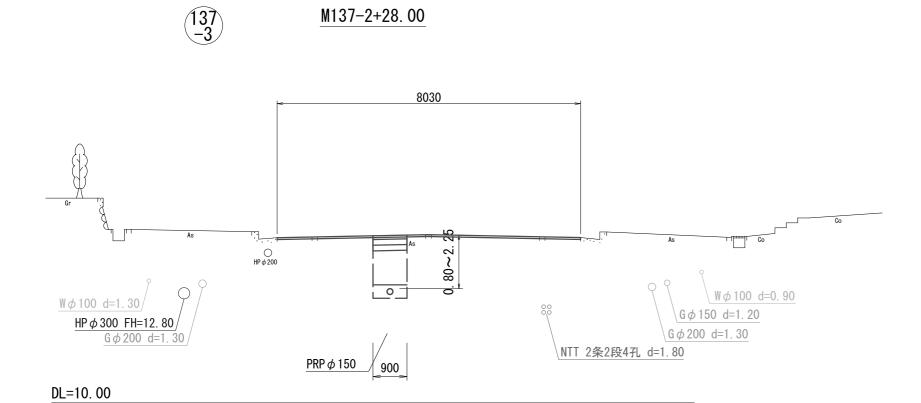


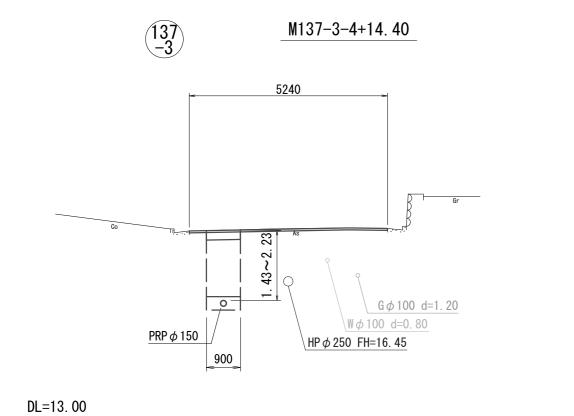

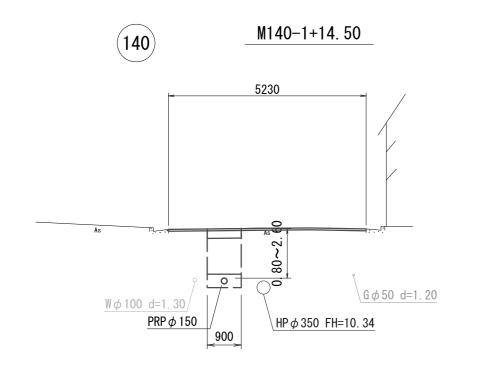


DL=7. 00



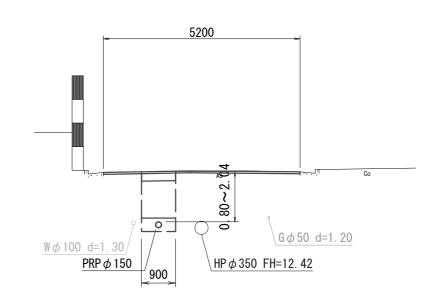

DL=10.00

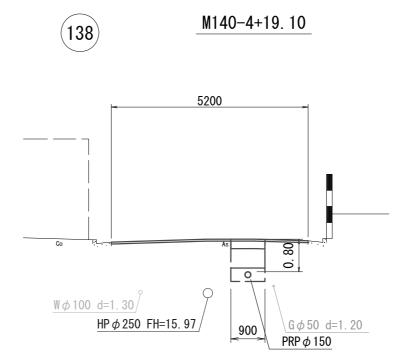

DL=13. 00


管	番号	表
117	140	
117	138	
140		

【津北部第16処理分区】 <u>※原寸はA2サイズとする</u>

エ事	4 名	令和5年度下工公補第9号 津北部第15-1処理分区及び 津北部第16処理分区公共下水道工事		
施工箇所名 津市観音寺町ほか2町地内			まか2町地内	
図面の種類		横断面図(5)		
縮	尺	S=1:100	図面 26 番号 41	
事業所名 津市上下水道事業局下水道工務課			局下水道工務課	


横断面図(6) _{S=1:100}



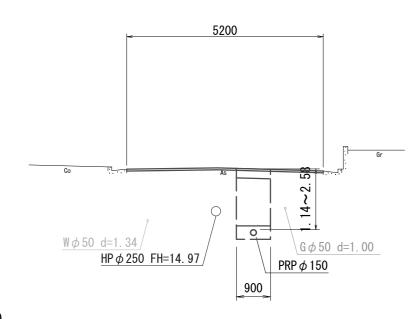

DL=12. 00

 $\underbrace{137}_{-1}$ $\underline{M137-1-1+14.30}$

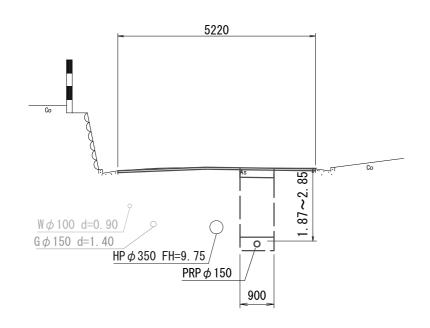

DL=7. 00


DL=7.00

137-1-3+22. 90

5230


6 \(\phi \) 150 \(\delta \) 1. 30
\(\text{W} \(\phi \) 100 \(\delta \) 2. 90
\(\text{HP} \(\phi \) 350 \(\text{FH} = 10. 30 \)
\(\text{PRP} \(\phi \) 150
\(\text{900} \)

M137-2-1+10. 20

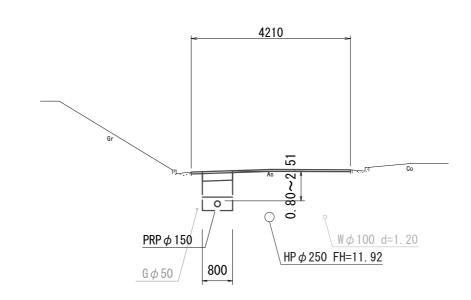

DL=9. 00

<u>M137-2-2+12.00</u>

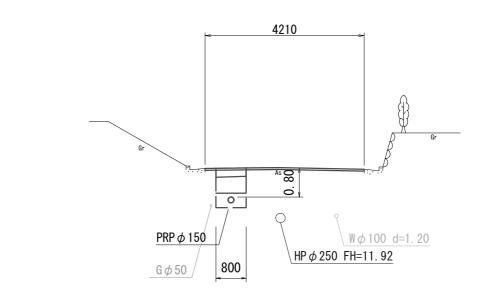



DL=10.00


管	番号	表
139	137	
137	137	
137		

【津北部第16処理分区】 ※原寸はA2サイズとする 令和5年度下工公補第9号

ェ	事 名	〒和5年度下工公補第5 津北部第15−1処理: 津北部第16処理分区公	分区及び
施工	箇所名	津市観音寺町は	まか2町地内
図面の種類		横断面図(6)	
縮	尺	S=1:100	図面 27 番号 41
事業	業所名	 津市上下水道事業	局下水道工務課

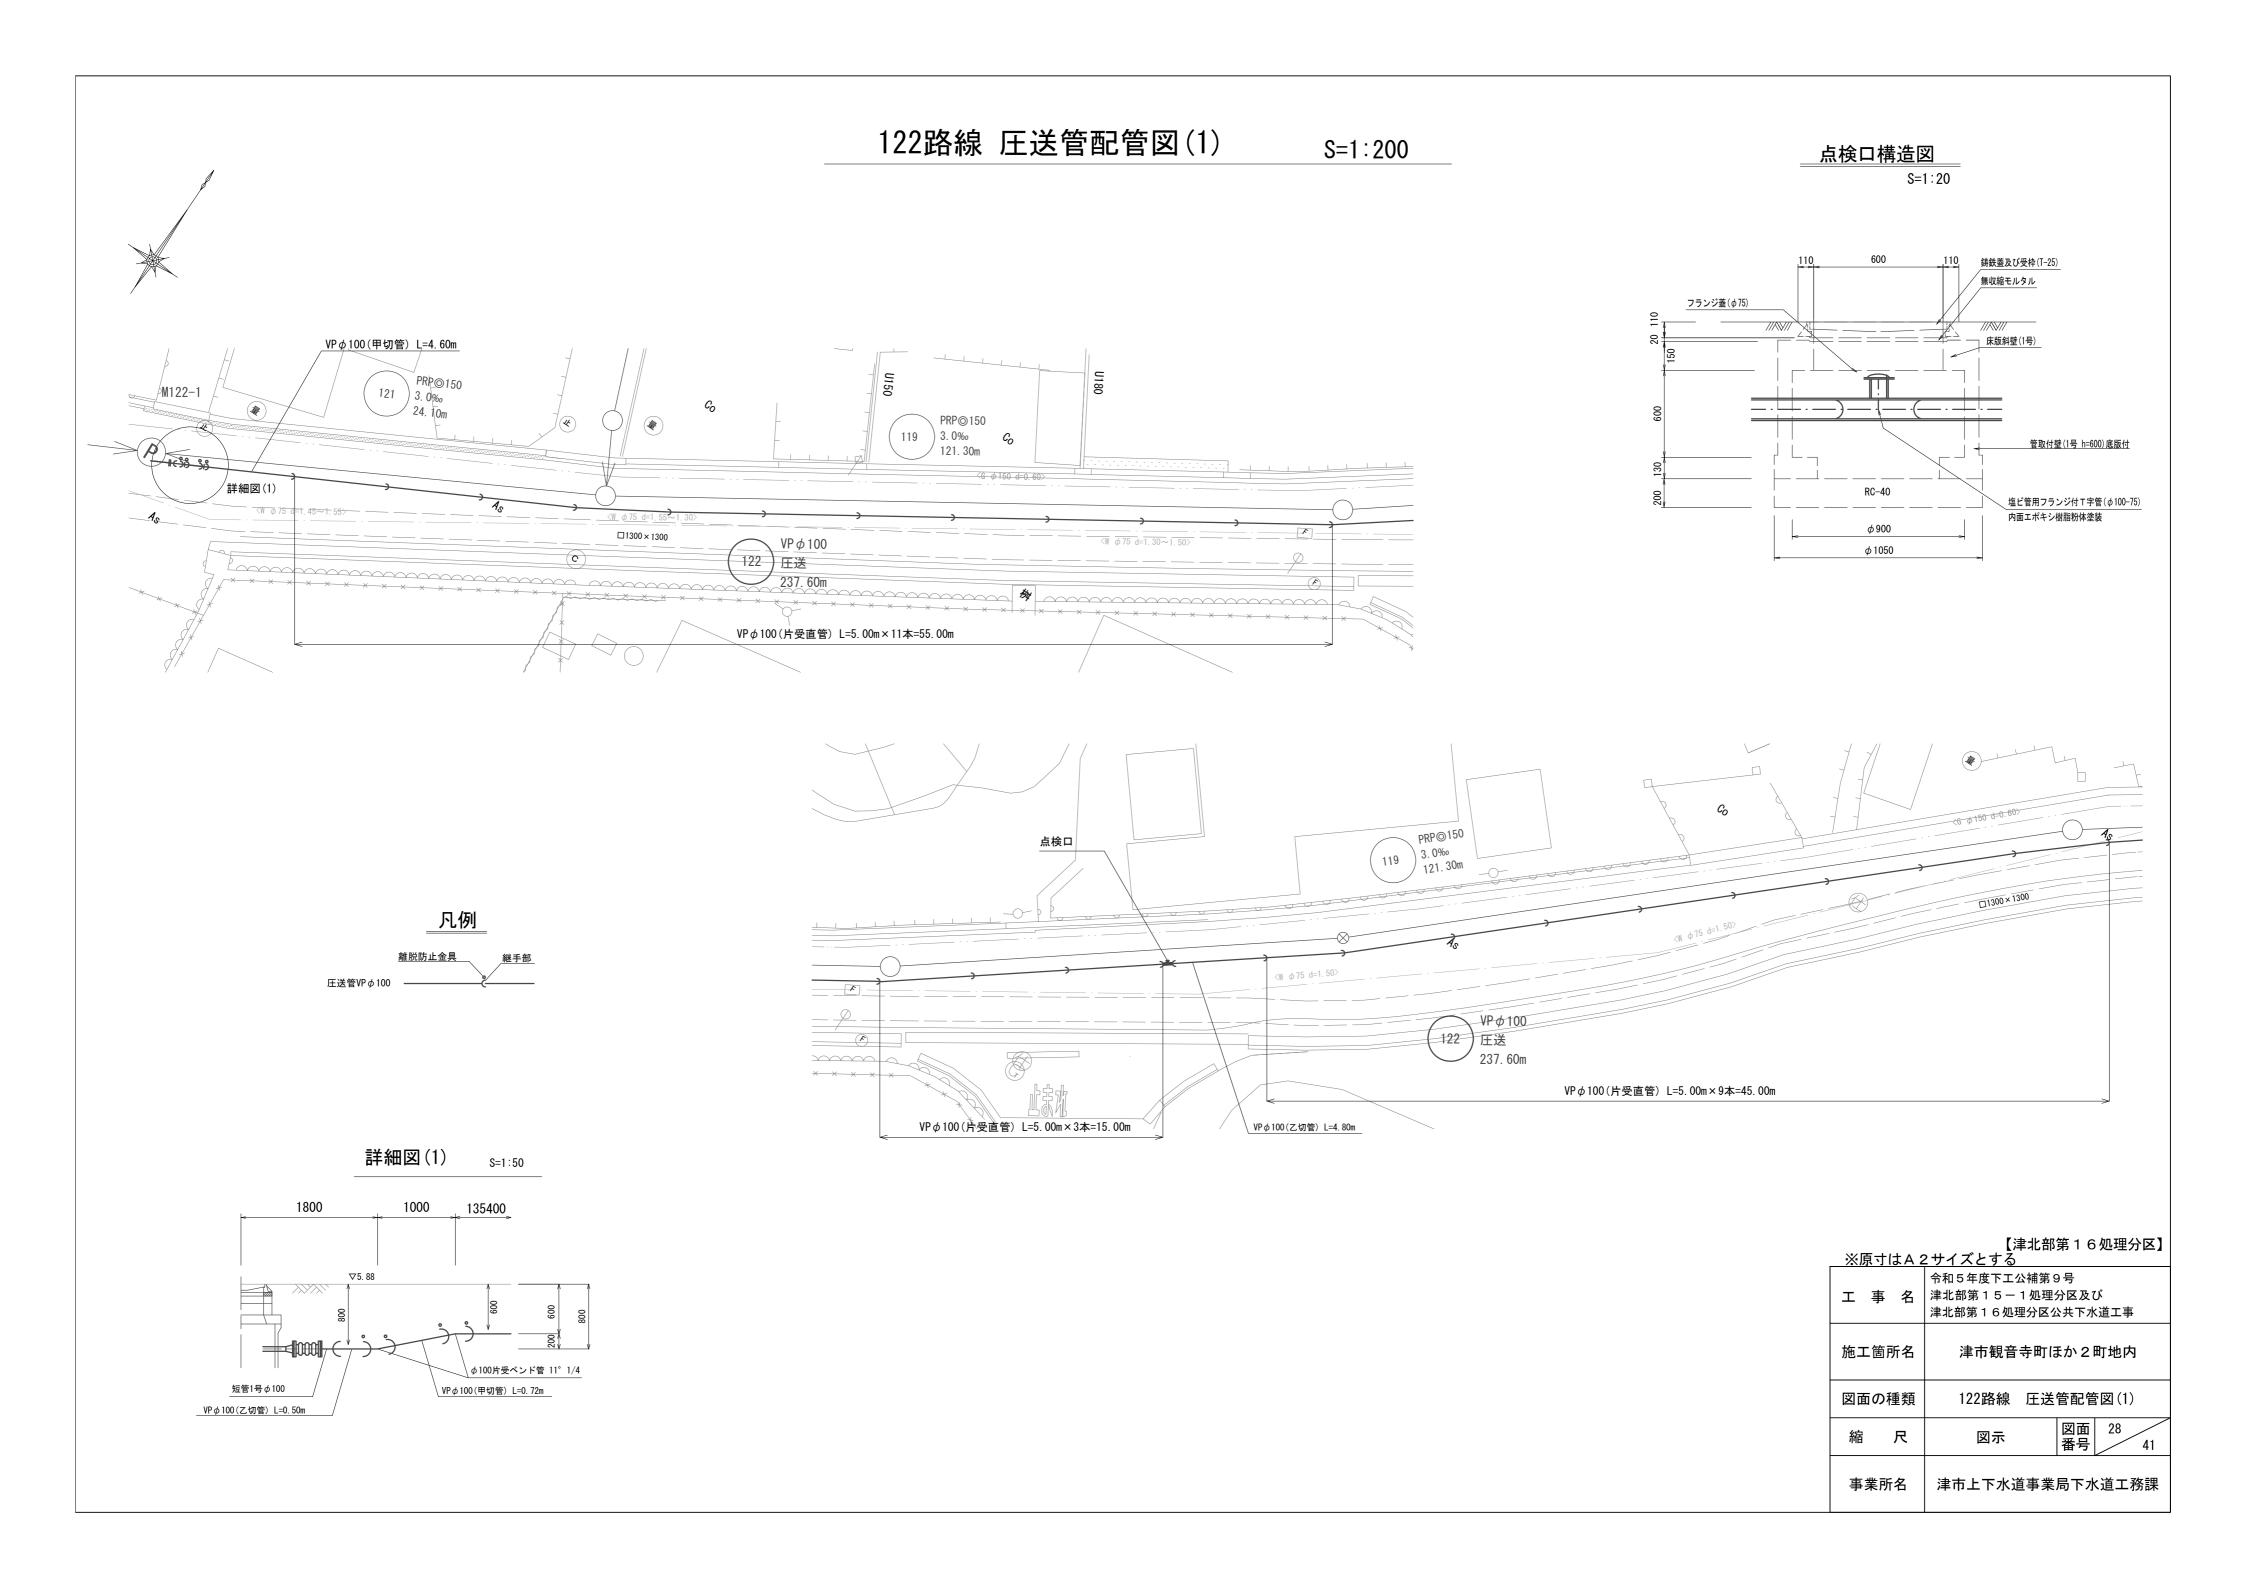


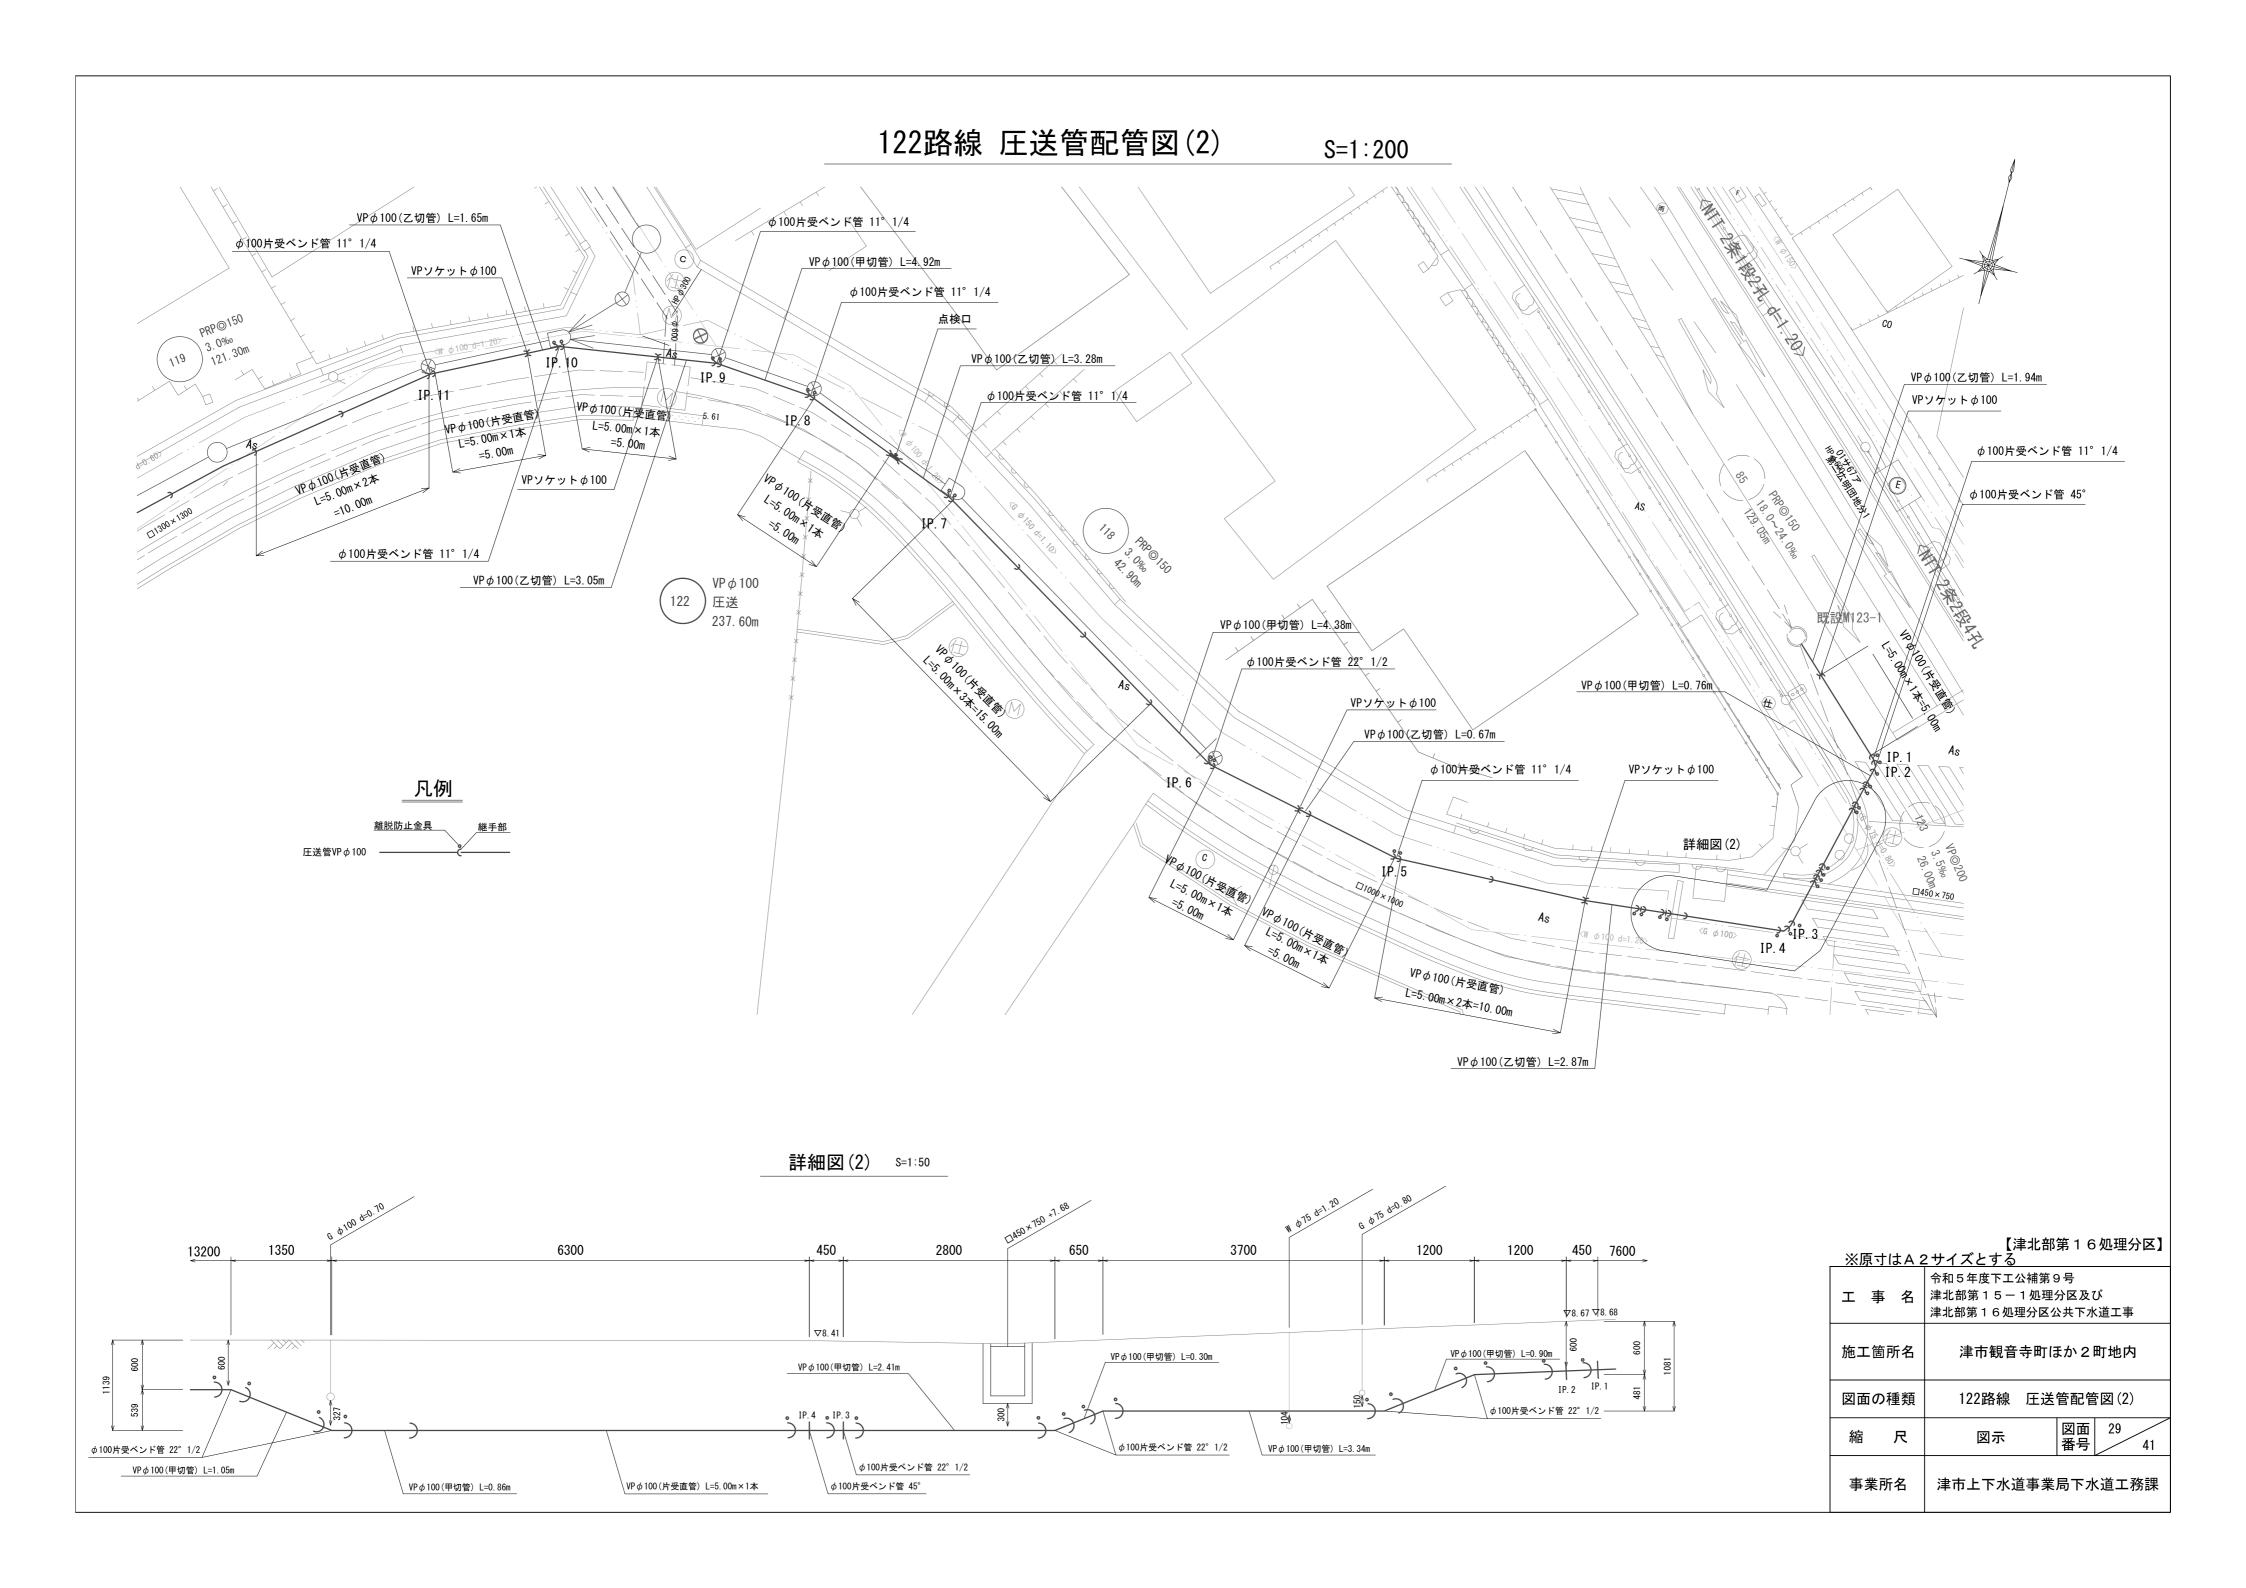

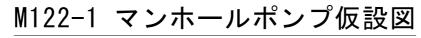


S=1:50


平 面 図

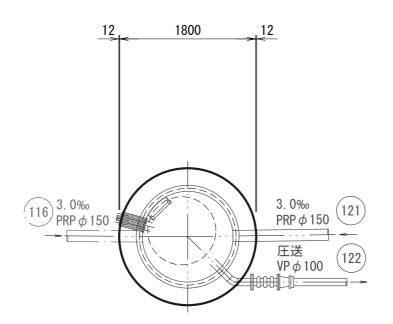


覆工平面図

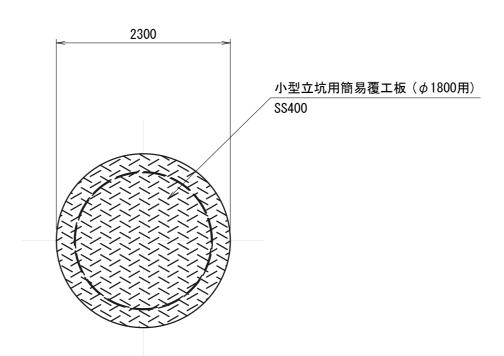

圧入掘削完了時

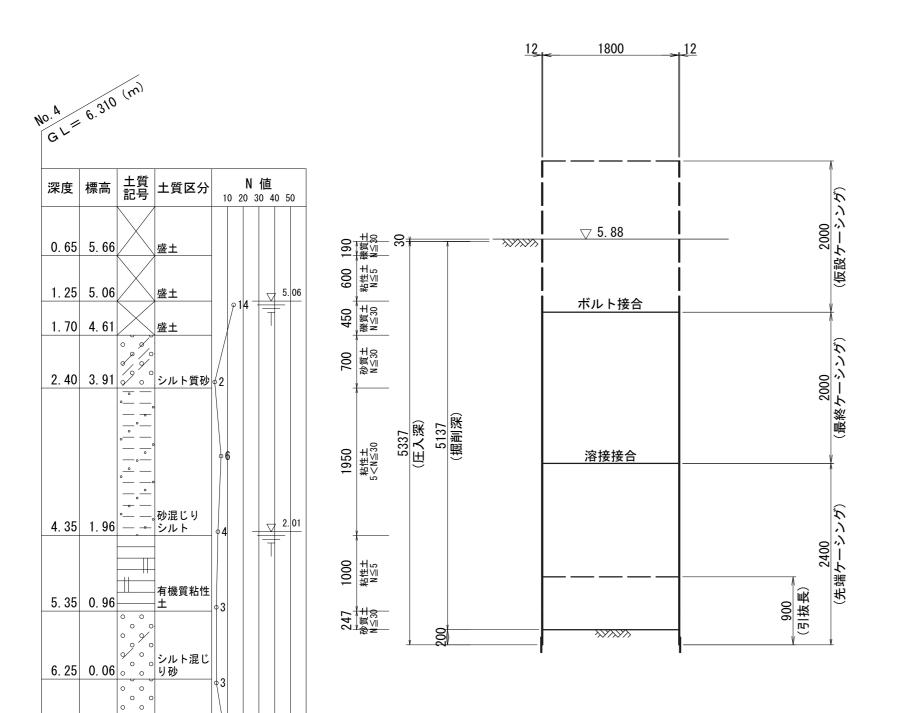

立坑構築完了時

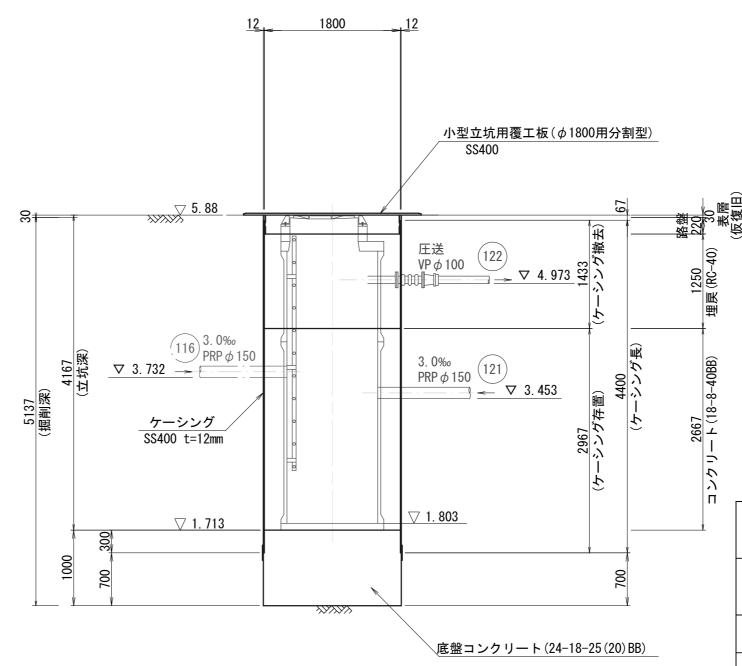


【津北部第16処理分区】 ※原寸はA2サイズとする


八八	本席すばれてサイベにする				
エ	事 名	令和5年度下工公補第9号 津北部第15-1処理分区及び 津北部第16処理分区公共下水道工事			
施工領	造所名 津市観音寺町ほか2町地内				
図面の	の種類	M122-1 マンホール	ルポンプ仮設図		
縮	尺	S=1:50	図面 30 番号 41		
			_		

事業所名

津市上下水道事業局下水道工務課

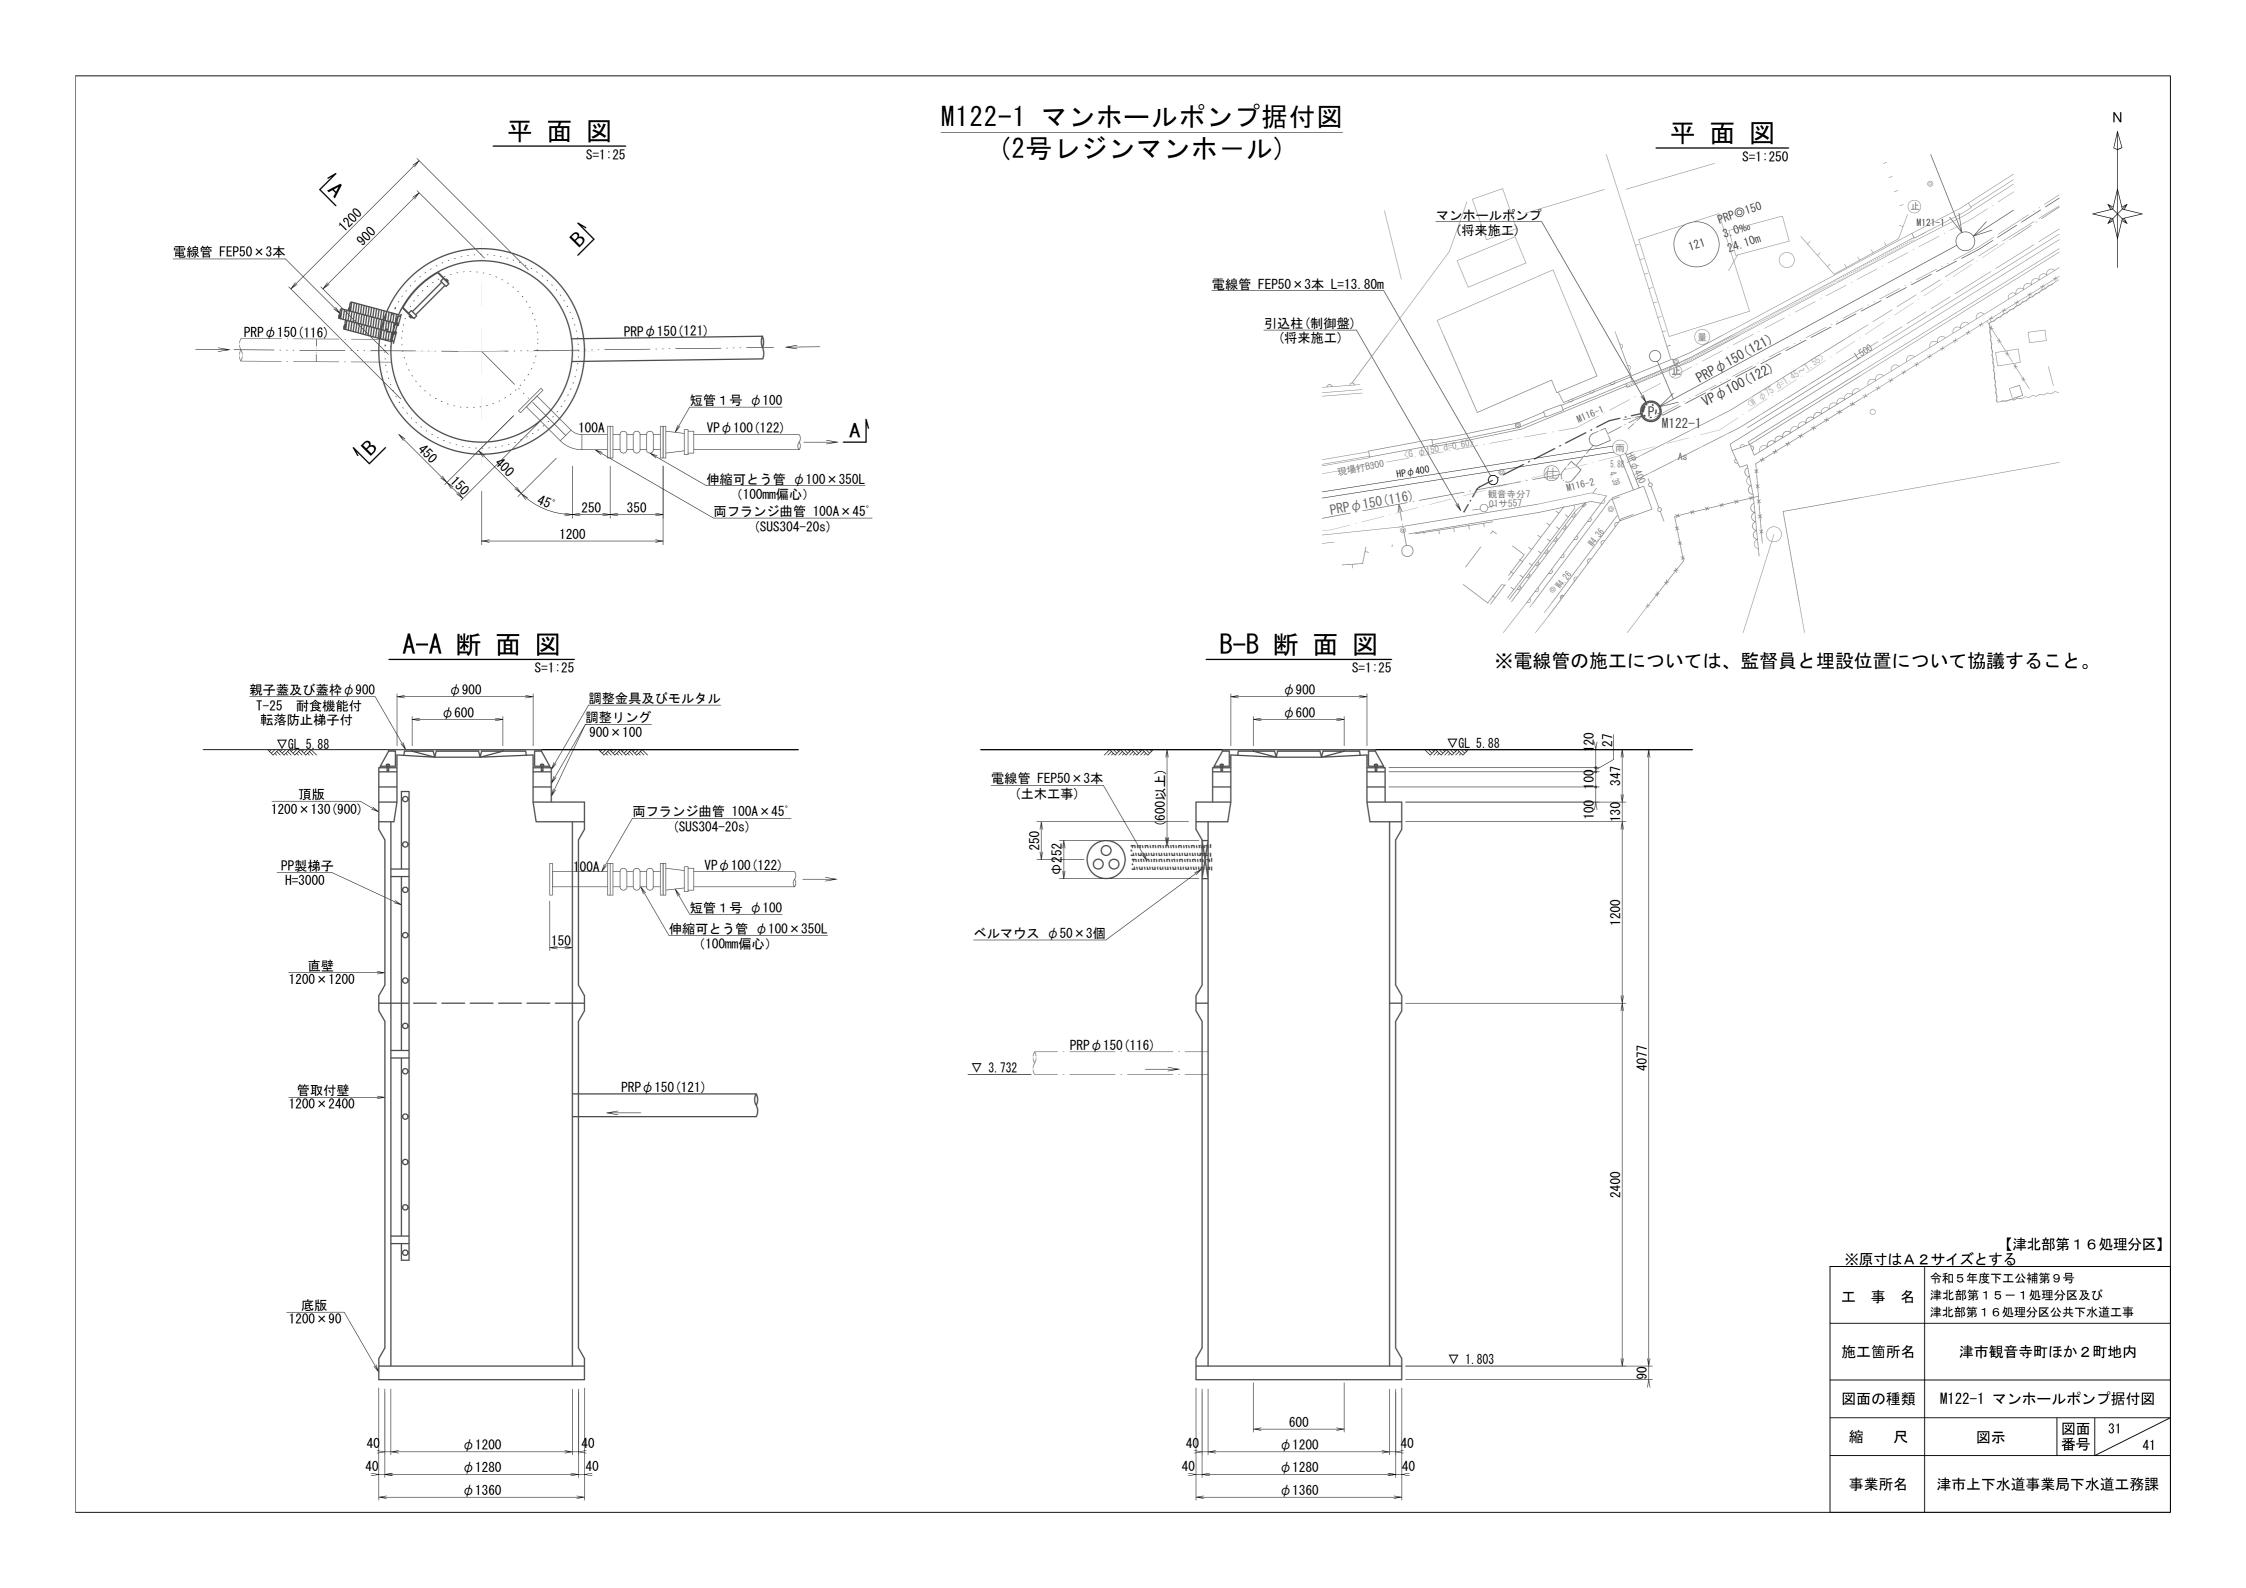


土 工 定 規 図s=1/20(リブ本管)参 考

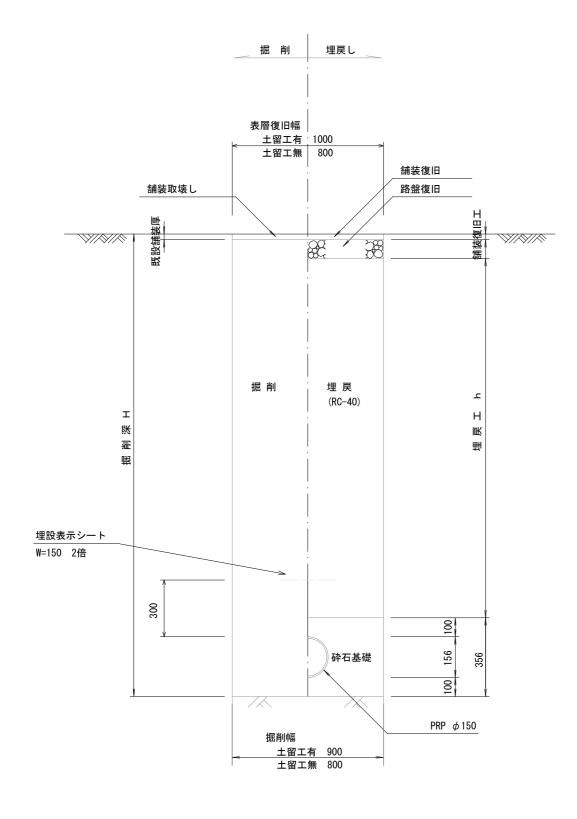

圧 送 管 土 工 定 規 図 s=1/20

電線管土工定規図

S=1/20 参 考

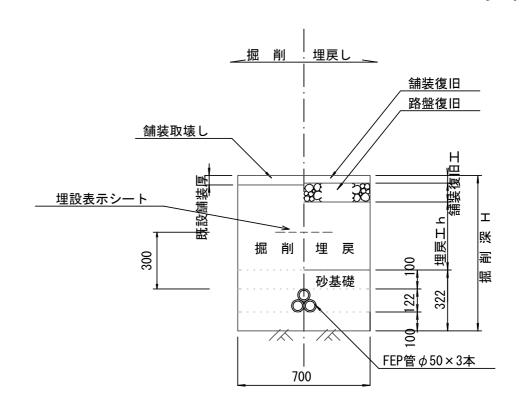

取付管土工定規図 ѕ=1/20


参考

【参考図】

<u>※原寸はA2</u>	2サイズとする		
令和5年度下工公補第9号 エ 事 名 津北部第15-1処理分区及び 津北部第16処理分区公共下水道工事			
施工箇所名	津市観音寺町ほか2町地内		
図面の種類	土工定規図		
縮尺	S=1:20 図面 32 41		
事業所名	津市上下水道事業局下水道工務課		


舗 装 復 旧 工 s=1/20

市道部車道

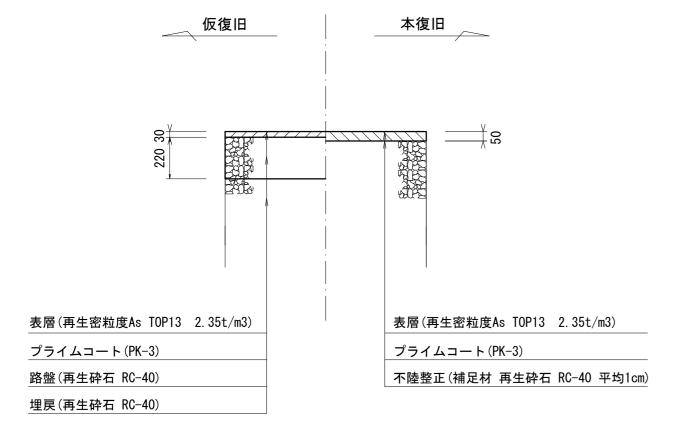


市道部車道


(13, 15, 16路線)

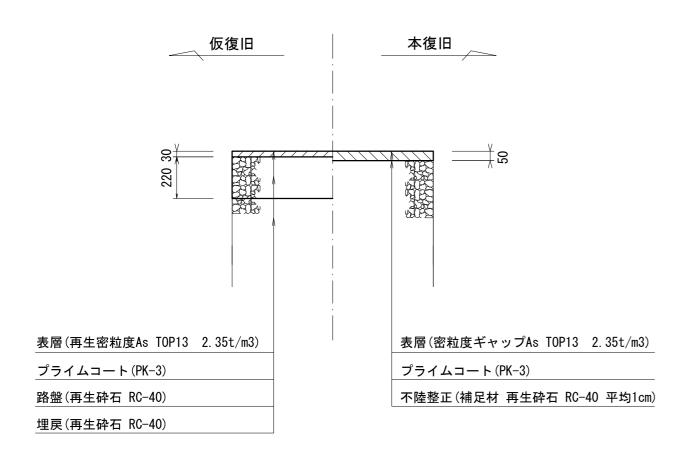

市道部歩道

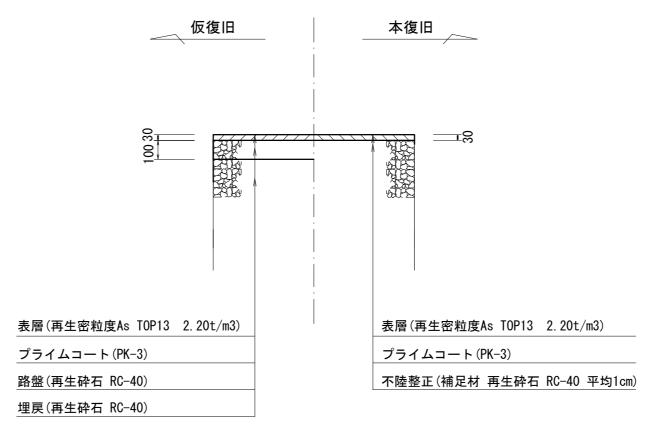


市道部歩道乗入

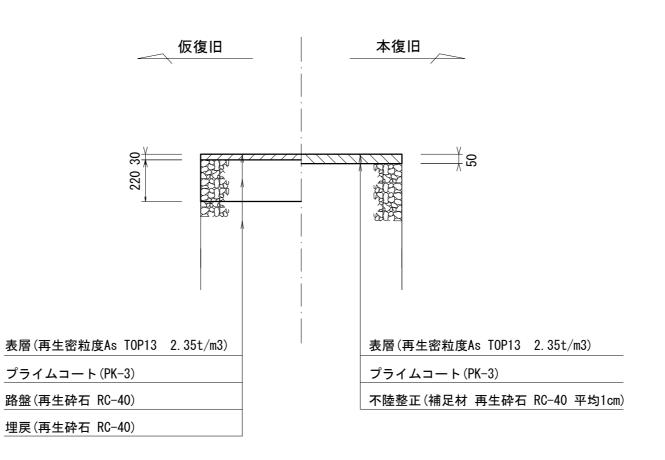

市道部車道

(河辺町贄崎線)

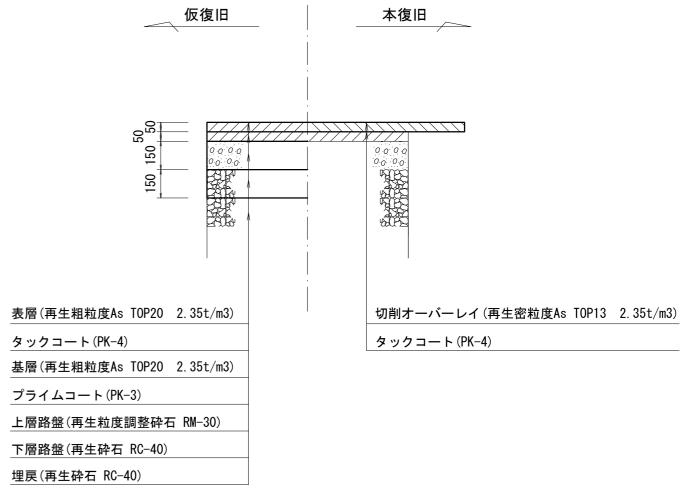


※原	i寸はA 2	【津北部 2サイズとする	第16	処理分区】
エ	事 名	令和5年度下工公補第9 津北部第15-1処理 津北部第16処理分区2	- 分区及(_
施工	箇所名	津市観音寺町ほか2町地内		
図面	の種類	舗 装 復	旧工	-
縮	尺	S=1:20	図面 番号	33 41
事業	業所名	津市上下水道事業	局下水	〈道工務課

土留工標準図

(軽量金属支保材使用の場合)

断面図 S=1/20

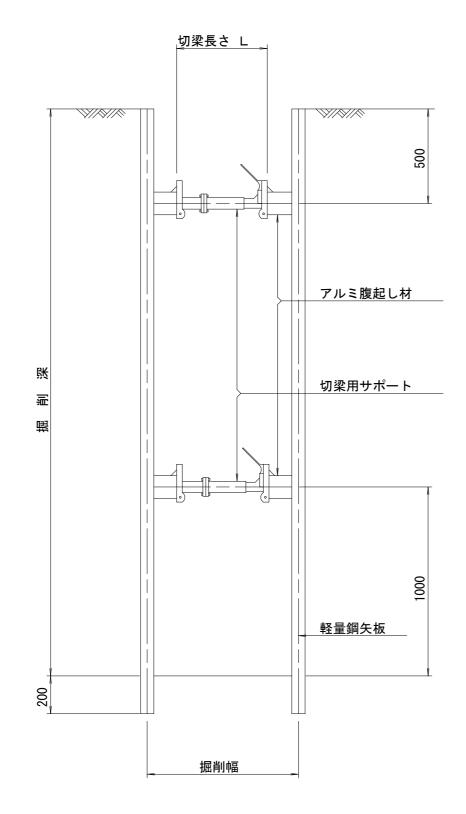

ᆁᄆᆑᆕᄭᄄ

軽量鋼矢板 標準図




支保工段数表

S=1/5


掘削深 (m)	矢板長 (m)	支保工段数 (段)
1.5< H≦1.8	2. 0	1
1.8 <h≦2.0< td=""><td>2. 5</td><td>1</td></h≦2.0<>	2. 5	1
2. 0 < H ≦2. 3	2. 5	2
2. 3< H ≦2. 8	3. 0	2
2.8 <h≦3.3< td=""><td>3. 5</td><td>2</td></h≦3.3<>	3. 5	2
3.3 <h≦3.5< td=""><td>4. 0</td><td>2</td></h≦3.5<>	4. 0	2
3.5 <h≦3.8< td=""><td>4. 0</td><td>3</td></h≦3.8<>	4. 0	3


平面図 S=1/20


※ マンホール部掘削時においては、掘削深に応じた軽量鋼矢板を使用すること。

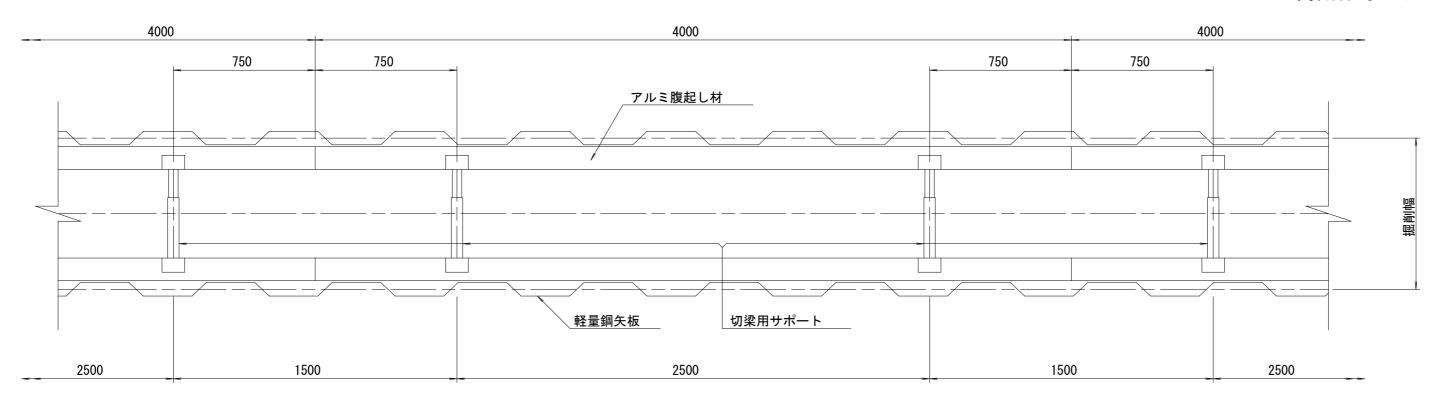



組立1号マンホール構造図

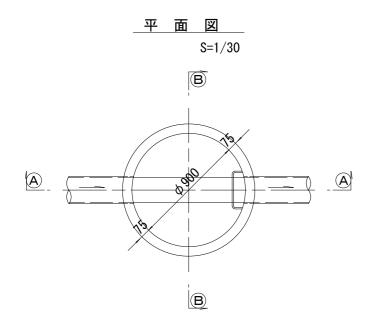

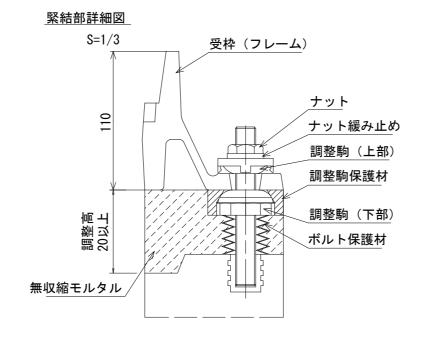


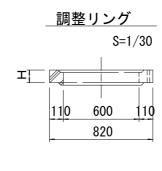


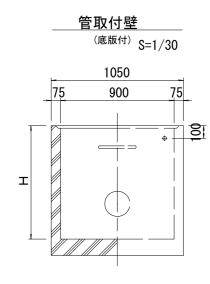


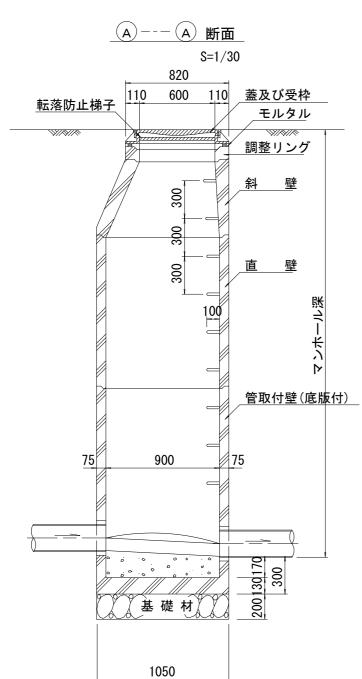

- 1050 ※ マンホール深2m以上の場合に、転落防止梯子を設置すること。

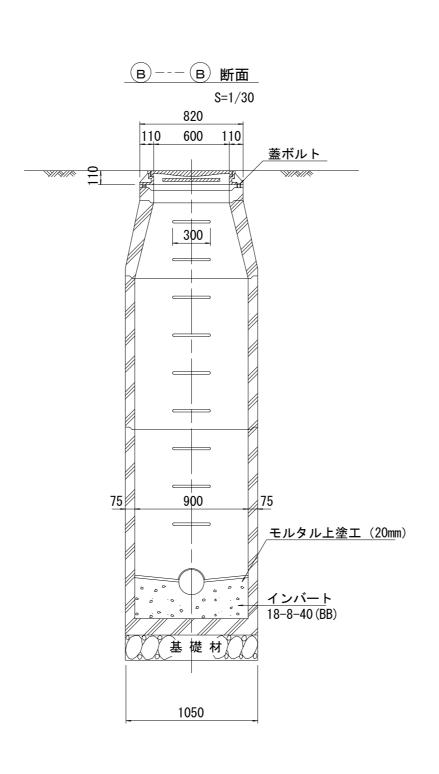

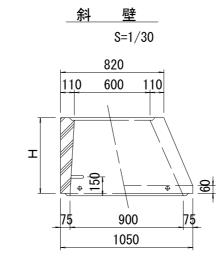

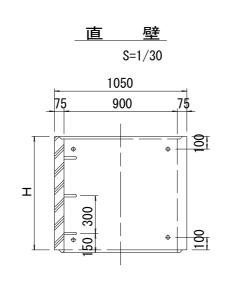

寸 法 表


種	類		H (mm)				
調整	リング	50	100	150			
斜	壁	300	450	600			
直	壁	300	600	900	1200	1500	1800
管取	付壁	600	900	1200	1500	1800	

※鉄蓋の仕様については、津市認定マンホール蓋(市章入り)とする。

【参考図】


※原寸はA2	2サイズとする	V → → □		
工事名	・・・・・・・・・・・・・・・・・・・・・・・・・・・・・・・・・・・・			
施工箇所名	津市観音寺町は	まか2町地内		
図面の種類	組立1号マンオ	トール構造図		
縮尺	図示	図面 35 番号 41		
事業所名	津市上下水道事業	局下水道工務課		


組立A1号マンホール構造図

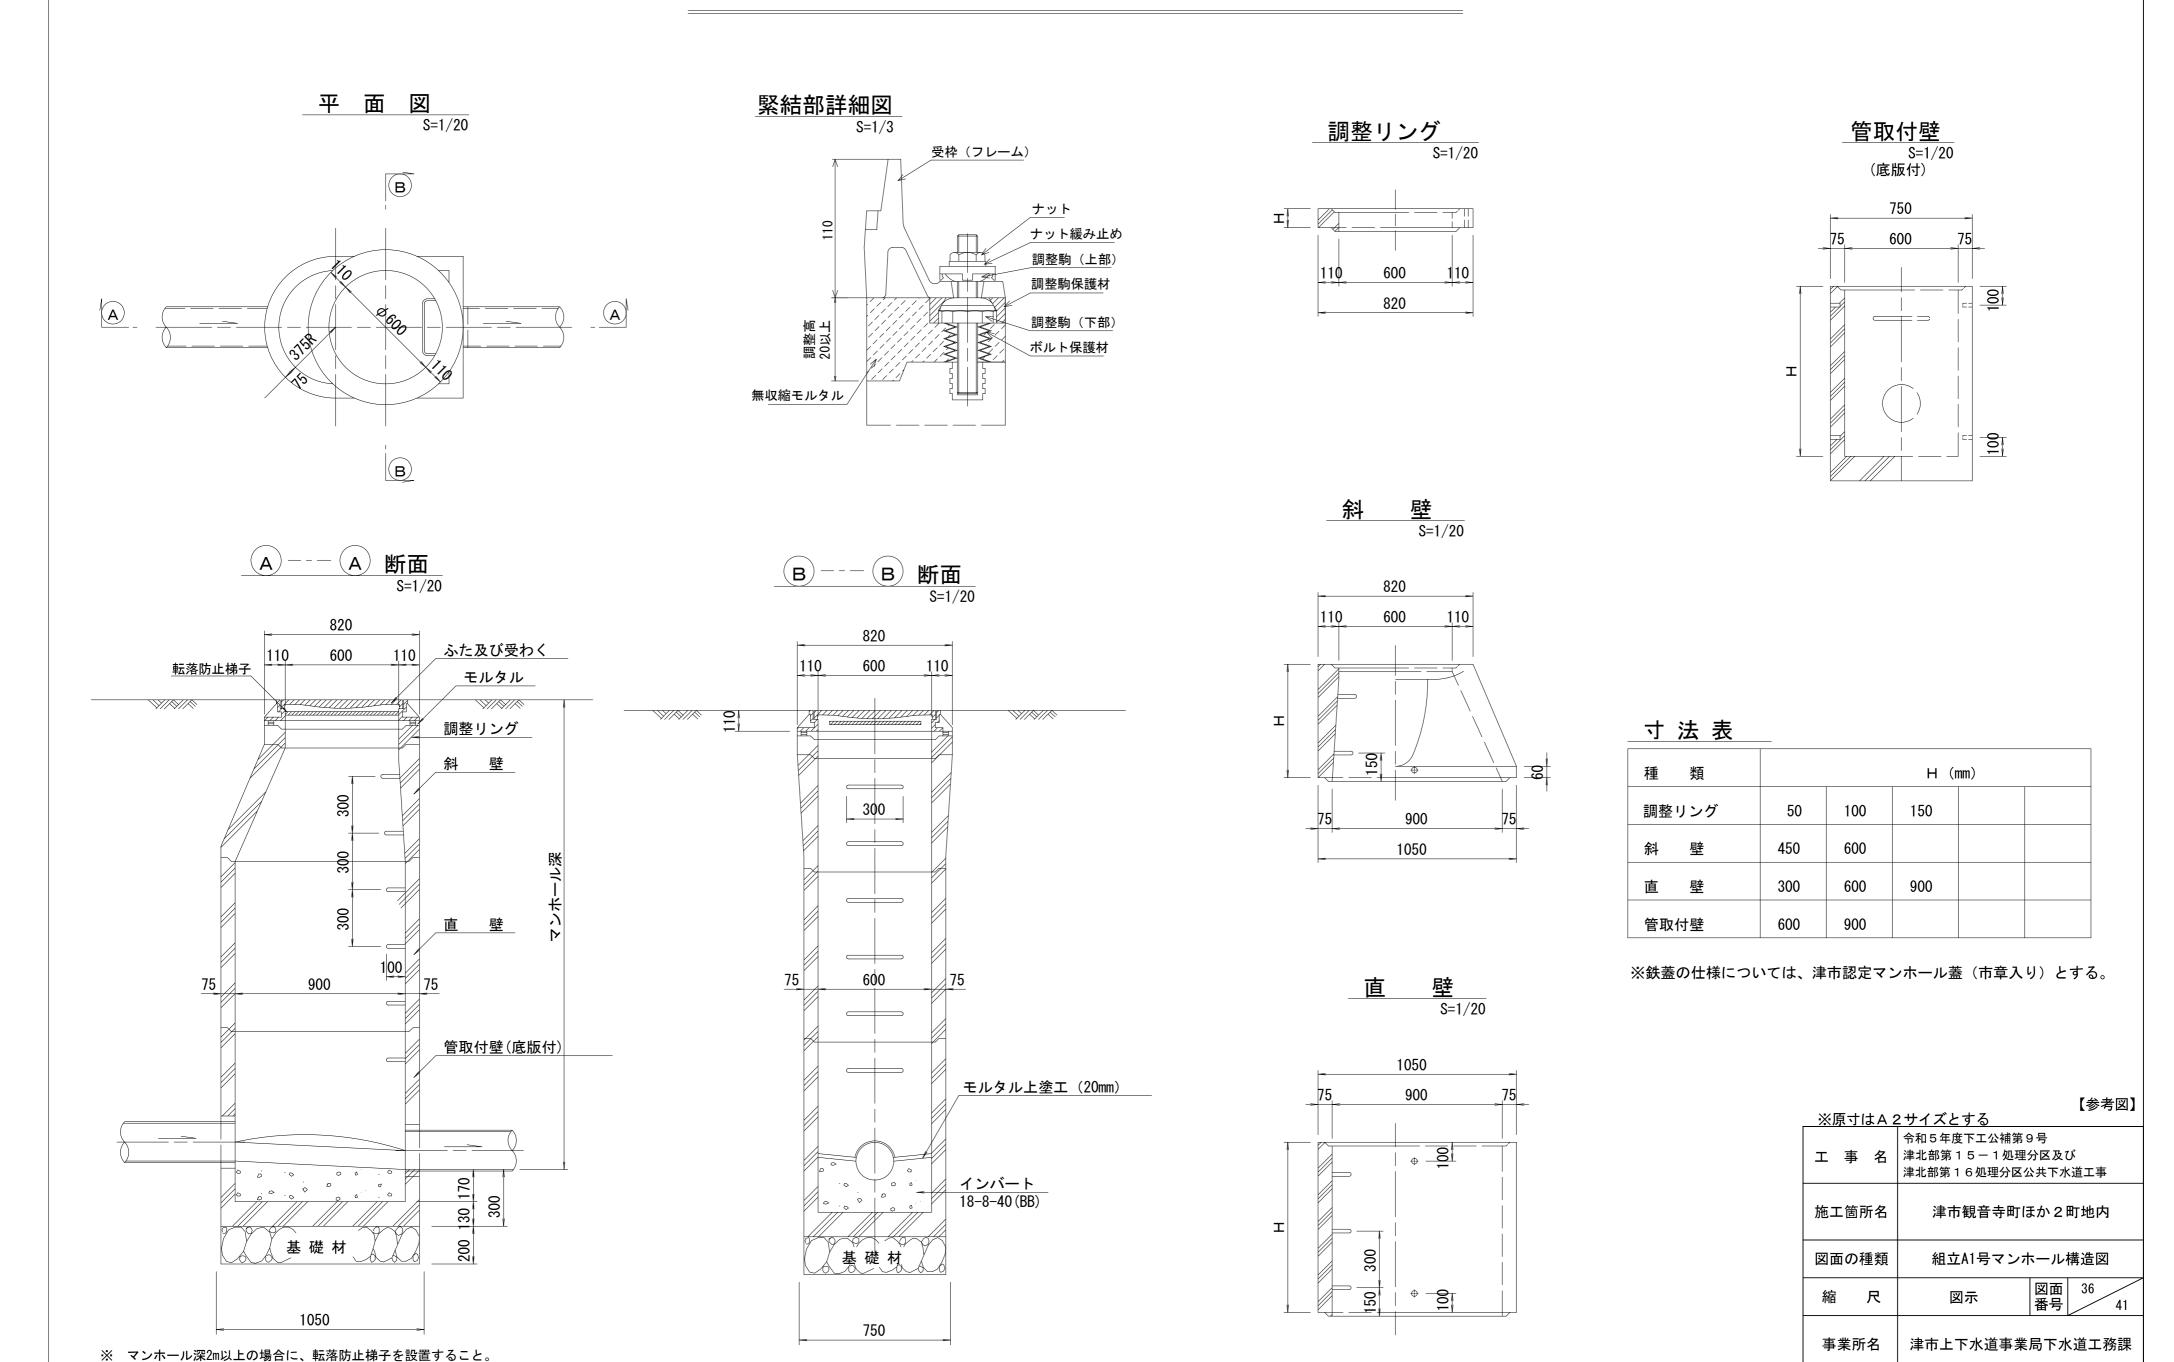



リブ管用塩ビ製小口径マンホール構造図 1/2


S=1/15

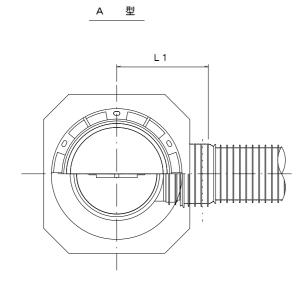


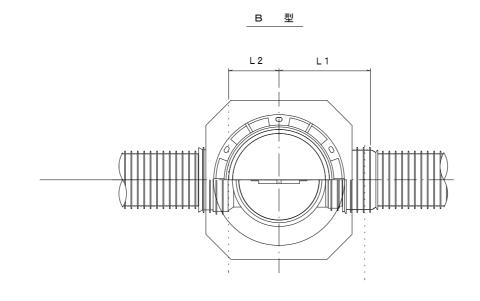

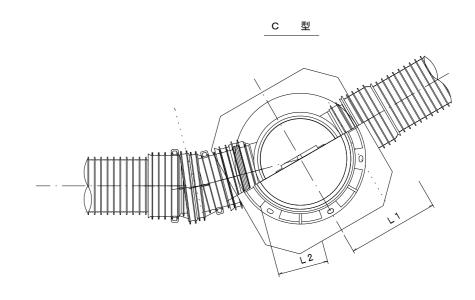

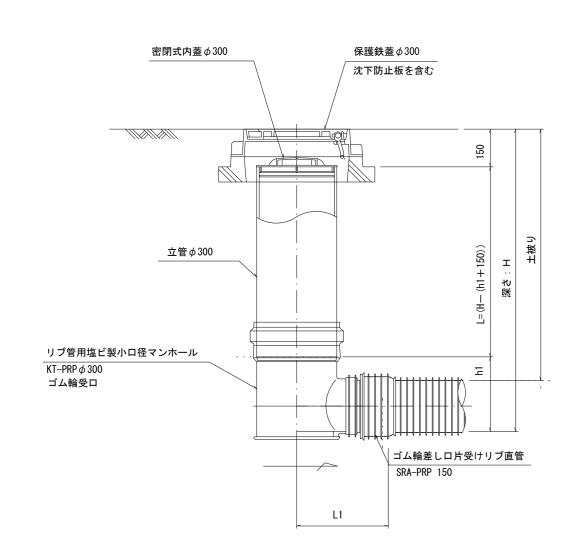

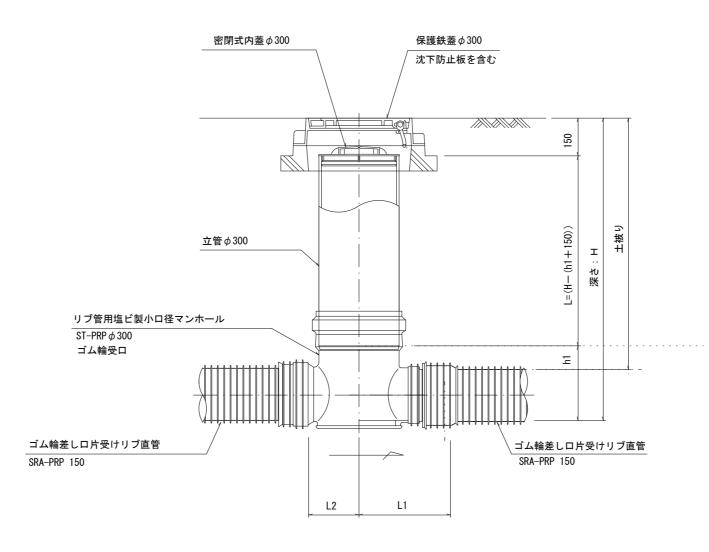

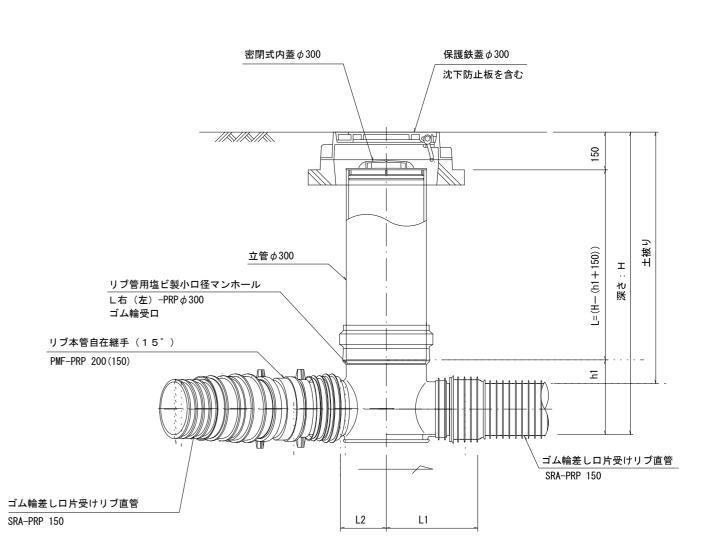


※塩ビマンホールは必要に応じた角度のインバートを使用すること。


※原、	tta 2	2サイズとする		【参考図】
工事	≨ 名	令和5年度下工公補第9 津北部第15-1処理 津北部第16処理分区公	分区及7	-
施工賃	所名	 津市観音寺町に	まか 2	町地内
図面の種類		リブ管用塩ビ製小口径マ	ンホール	レ構造図 1 / 2
縮	尺	S=1:15	図面 番号	37 41
事業	所名	津市上下水道事業	局下水	〈道工務課

塩ビ製リブ付小型マンホール構造図2/2


S = 1 / 15

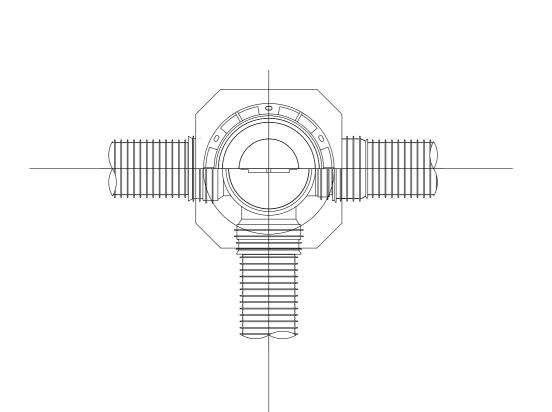


D 型

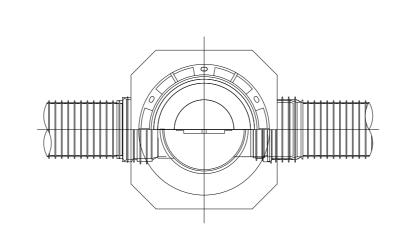



E 型

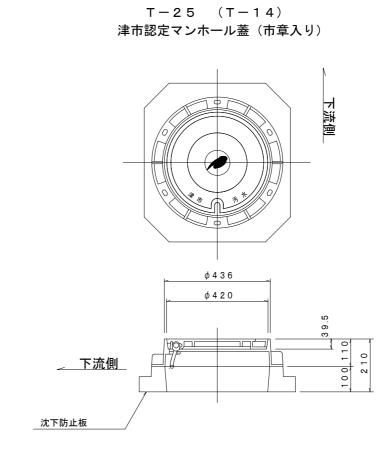


保護鉄蓋 ∅300

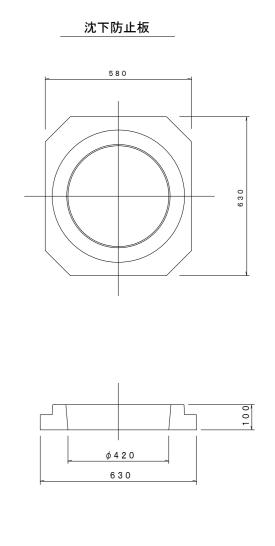

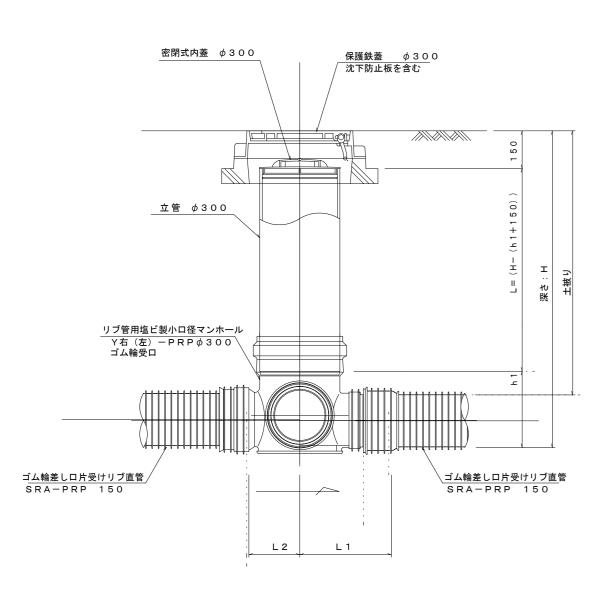

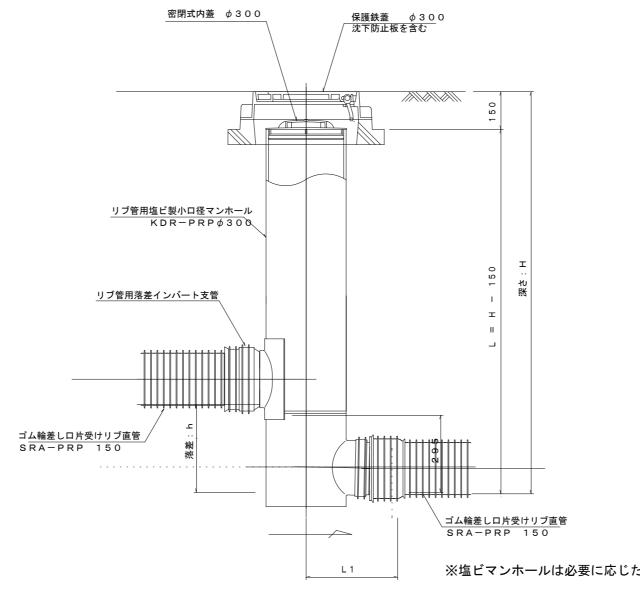

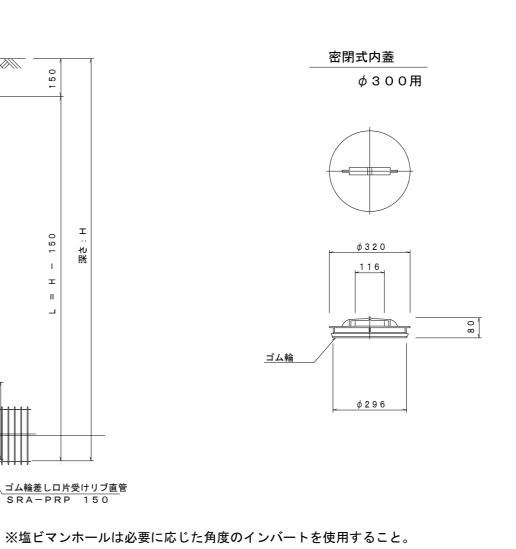


<u>※原寸はA 2</u>	2サイズとする	【参考図】
令和5年度下工公補第9号 工事名 津北部第15-1処理分区及び 津北部第16処理分区公共下水道工事		
施工箇所名	津市観音寺町に	まか2町地内
図面の種類	リブ管用塩ビ製小口径マ	ンホール構造図 2/2
縮尺	S=1:15	図面 38 番号 41
事業所名	津市上下水道事業	局下水道工務課


副管工詳細図

(内副管 飛散防止板)

据付例

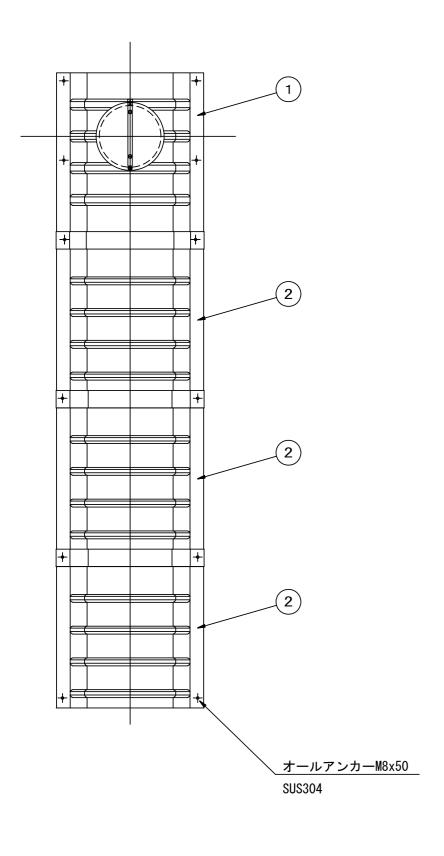



飛散防止板 TB

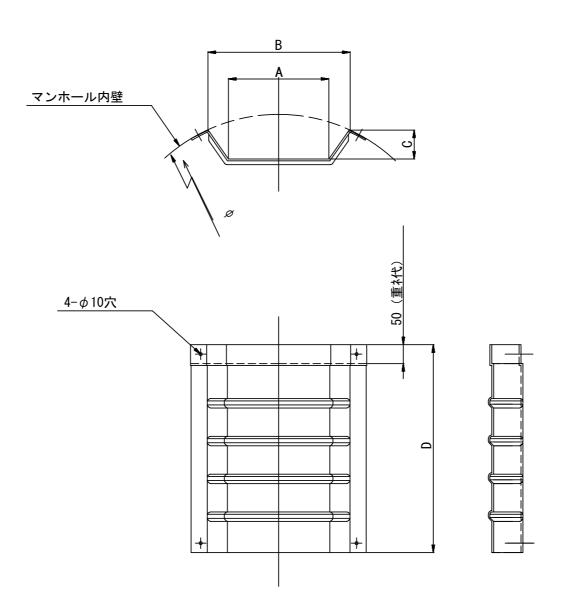

飛散防止板 TA

_____ (点検孔付)

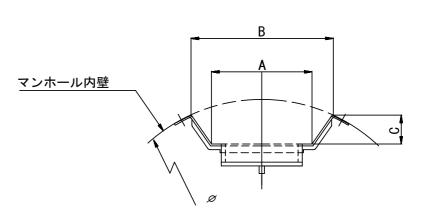

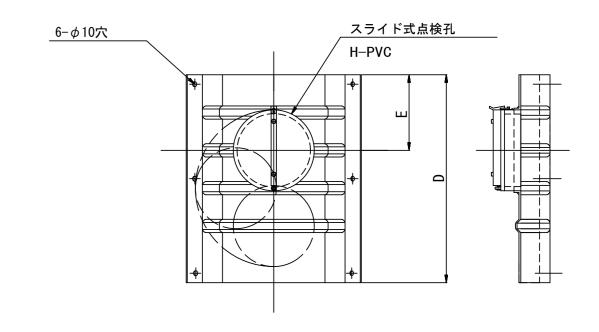


単位mm


品番	Α	В	С	D	E
TA/B-100	150	210	43	550	200
TA/B-150/200	265	375	77	550	200

※原	寸はA 2	2サイズとする		【参考	図】
エ゠゙	事 名	令和5年度下工公補第9 津北部第15-1処理 津北部第16処理分区2	分区及7		
施工領	 動所名	津市観音寺町は	まか 2	町地内	
図面の	り種類	副管工詳細図(内副	管 飛	散防止	.板)
縮	尺	non scale	図面 番号	39	41
事業	所名	津市上下水道事業	局下水	く道工剤	务課


副 管 工 詳 細 図 (内 副 管)


振止め金具 S=1/10

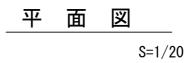

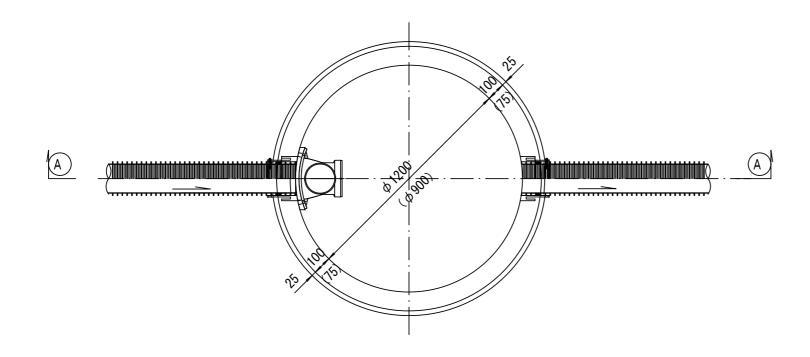



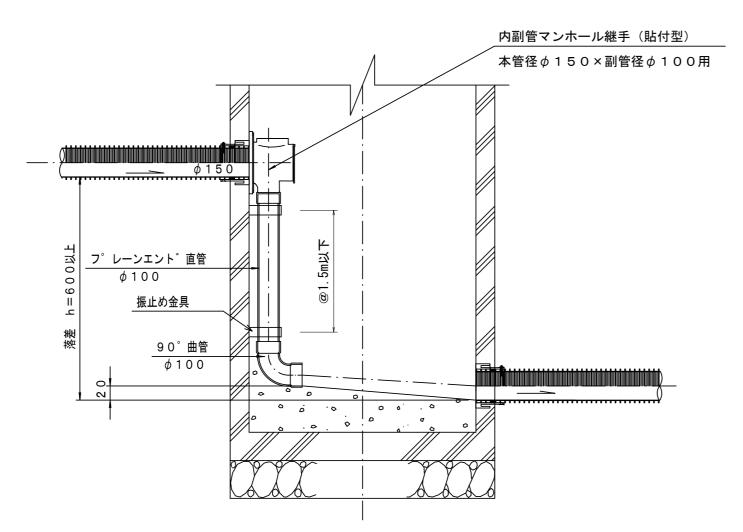

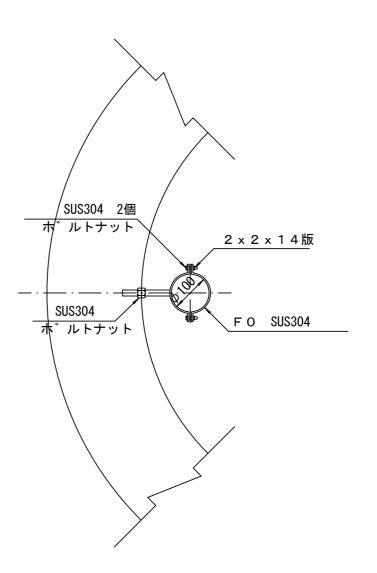

【参考図】

※原	※原寸はA 2サイズとする					
令和5年度下工公補第9号 エ 事 名 津北部第15-1処理分区及び 津北部第16処理分区公共下水道				_		
施工行	箇所名	津市観音寺町は	まか 2 ほ	町地内		
図面	の種類	副管工詳細図	図(内副]管)		
縮	尺	図示	図面 番号	40 41		
事業	所名	津市上下水道事業	局下水	〈道工務課		


取 付 管 布 設 標 準 図

(リブ本管)

S=1/20


汚水桝 構造図 S=1/5


平 面 図

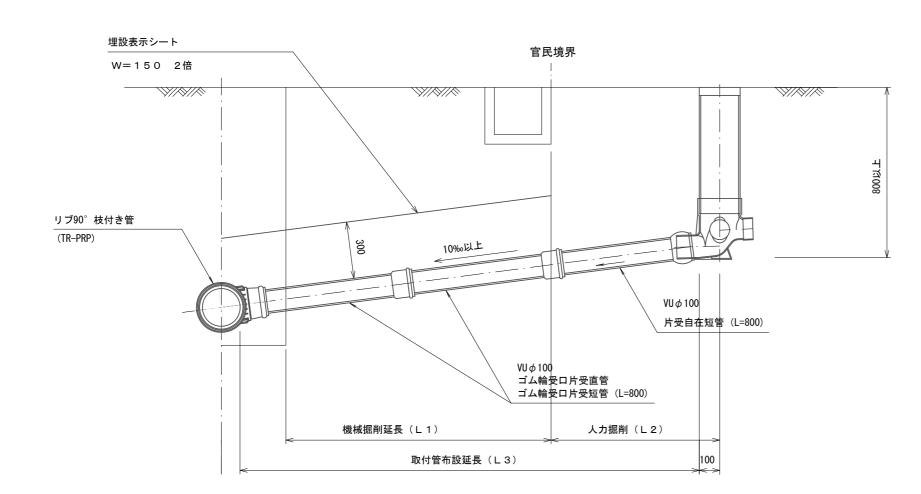


Aタイプ

Bタイプ

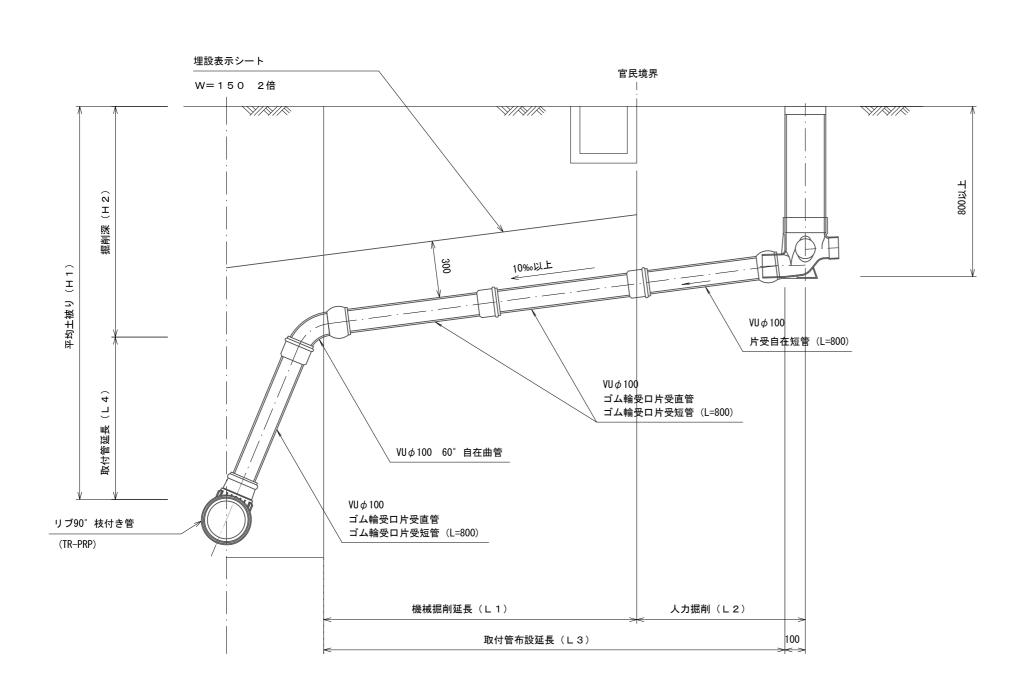

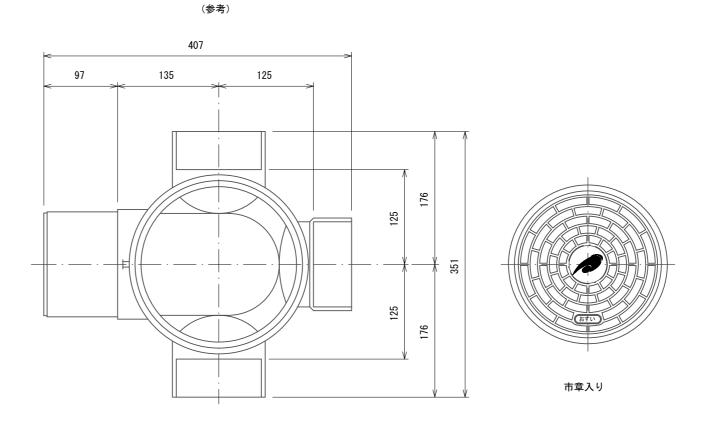

断 面 図

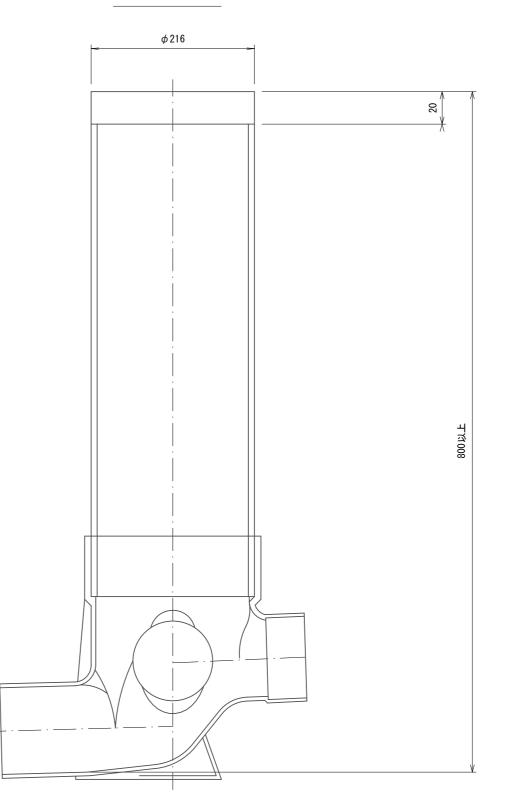

沙店 -	+1+ ^ 6	ユムブレナフ	【参	考図】
※原、	IJIJA 2	2サイズとする		
エ	事 名	令和5年度下工公補第9 津北部第15-1処理 津北部第16処理分区2	分区及び	ī
施工領	 動所名	津市観音寺町ほか2町地内		3
図面の種類		取付管布該	と標準図	
縮	尺	図示	図面 41 番号	41
事業	所名	津市上下水道事業	局下水道工	務課