

M53-3-1-3+3.00 GH=15.34 FH=13.992 1730 1470 (***) 1470 (中用) FRPM 6800 IP=1.31 (***) (特別) IP 6100 IP=1.20 (***) (特別) IP 6100 IP=1.20 (***) (特別) IP 6100 IP=1.20 (***)


DL=10.00

DL=10.00

横断面図


S = 1/100


DL=10.00

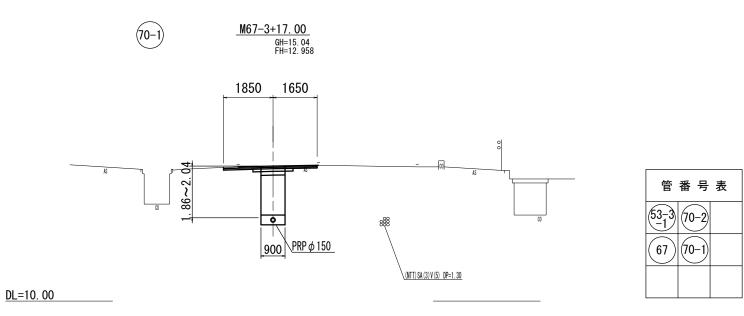

※この図面はA 2サイズを原寸とする。

<u> </u>								
工 事 名 令和5年度 下工公補第13号 曾根南処理分区公共下水道工事								
施工箇所名	津市 安濃町曽根 地内							
図面名	横 断 面 図							
縮尺	1:100 図面番号 6/15							
事務所名	津市上下水道事業局下水工務課							

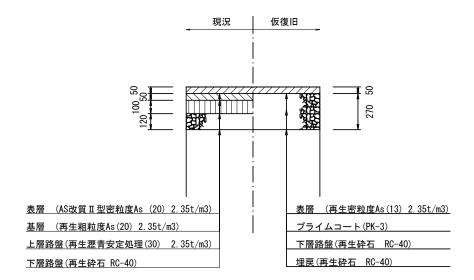


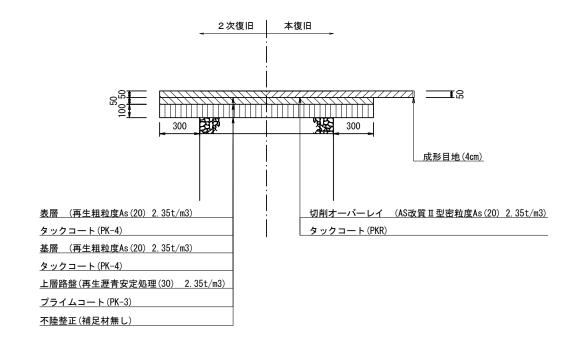

<u>※この図面はA2サイズを原寸とする。</u>

工事名	令和5年度 下工公補第13号 曽根南処理分区公共下水道工事				
施工箇所名	津市 安濃町曽根 地内				
図面名	舗装復旧工				
縮尺	1:100 図面番号 7/15				
事務所名	津市上下水道事業局下水工務課				

本 管 布 設 詳 細 図 s=1/30

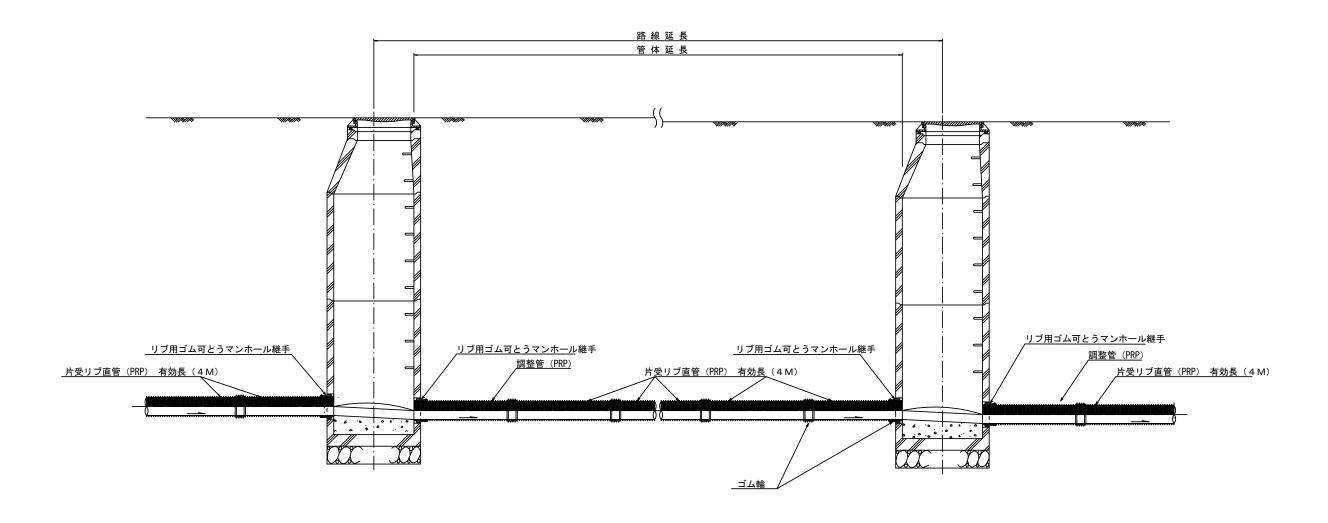

注)調整管が1.0m未満の場合は、1.0mで切断をし片受直管で長さを調整する。

ッ ち ※この図面はA2サイズを原寸とする。

ェ	事	名	令和5年度下工公補第13号 曽根南処理分区公共下水道工事				
施	工箇所	·名	津市 安濃町曽根 地内				
図	面	名	本管布設詳細図				
縮		尺	1/30 図面番号 8/15				
事	業所	名	津市上下水道事業局下水道工務課				


土 工 定 規 図 s=1/20


(リブ本管) 参 考

取付管土工定規図 ѕ=1/20

舗装復旧工 s=1/20

参考

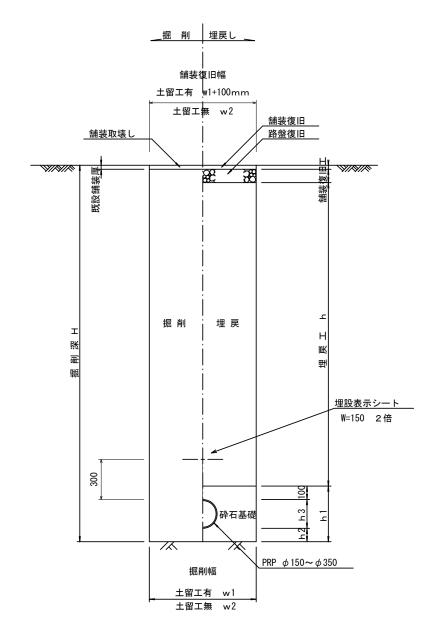


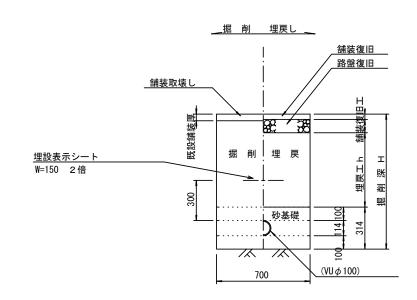

ウエルポイント土工 s=1/20

ウエルポイント設置時 ウエルポイント撤去時 埋戻し 埋戻し 舗装版破砕 舗装版破砕 <u>舗装復旧(再生密粒度As TOP13 2.35t/m3)</u> <u>舗装復旧(再生密粒度As TOP13 2.35t/m</u>3) <u>路盤復旧(RC-40)</u> 220 埋戻し 掘削 (流用土) 埋戻し(RC-40) 750 掘削 <u>ヘッダーパイプ(φ150)</u>

市道部

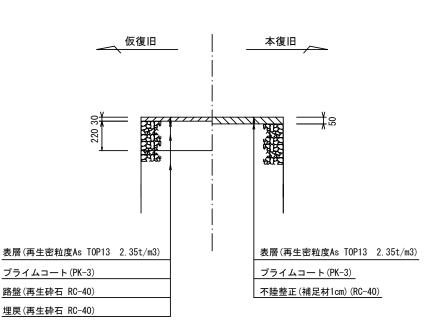

寸 法 表


寸 法	土留工有り	土留工無し		普通地盤	
管径	W 1	W 2	h 1	h 2	h 3
φ150	900	800	356	100	156
φ200	900	800	406	100	206
φ250	1000	900	506	150	256
φ300	1000	900	557	150	307
φ350	1100	1000	607	150	357

Ж	こ	の	図	面	は A 2	サイズ	を原す	† 6	: する。
ェ		事	ī	名	令和 曽根	5 年度 ⁷ 南処理分	下工公补 }区公共	第二	1 3 号 水道工事
施	エ	籄	所	名		安濃田			!内
図		直	ī	名	土工定 取 付 管	規 図 (リ ブ 『土 エ 定 規	本管)• 「 見図、 舗	ウェ 装:	ルポイント± 復 旧 エ
縮				尺	図	示	図面番		9/15
事	業	ŧ	所	名	津市	上下水道	直事業局	易下	水道工務認


土留工標準図 (参考)

(軽量金属支保材使用の場合)

断面図 S=1/20

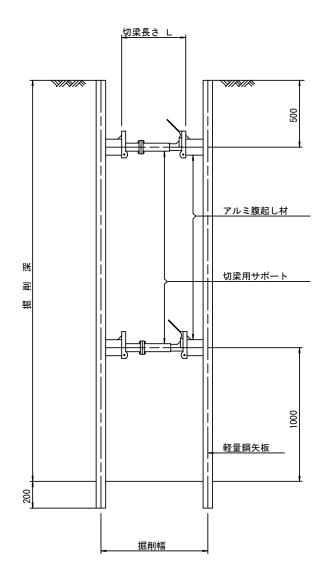

軽量鋼矢板 標準図

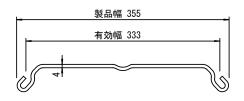

支保工段数表

掘削深 (m)	矢板長 (m)	支保工段数 (段)
1.5 <h≦1.8< td=""><td>2. 0</td><td>1</td></h≦1.8<>	2. 0	1
1.8 <h≦2.0< td=""><td>2. 5</td><td>1</td></h≦2.0<>	2. 5	1
2.0< H ≦2.3	2. 5	2
2.3 <h≦2.8< td=""><td>3. 0</td><td>2</td></h≦2.8<>	3. 0	2
2.8 <h≦3.3< td=""><td>3. 5</td><td>2</td></h≦3.3<>	3. 5	2
3.3< H ≦3.5	4. 0	2
3.5< H ≦3.8	4. 0	3

※ マンホール部掘削時においては、掘削深に応じた軽量鋼矢板を使用すること。

<u>平面図</u> S=1/20


4000		 -	4000	4000			
1	750	750		750	750		
	7		<u>アルミ腹起し材</u>				1
							單二二二二二二二二二二二二二二二二二二二二二二二二二二二二二二二二二二二二二二
		<i>y</i>	軽量鋼矢板切梁用サポート				
2500	150	0	2500	150	00	2500	-


参考


※この図面はA2サイズを原寸とする。


エ	事	名	令和5年度下工公補第13号 曽根南処理分区公共下水道工事				
施	工箇所	名	津市	安濃田	丁曽根 :	地内	
図	面	名	土留(軽量	工標準量金属	図 <u>支保材</u>	使用の) 場合)
縮		尺			図面番号	1	/15
事	業所	名	津市」	上下水道	直事業局 [®]	下水道	工務課


組立1号マンホール構造図

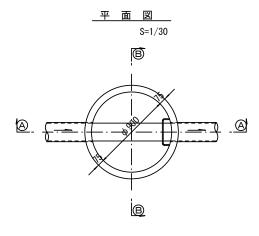


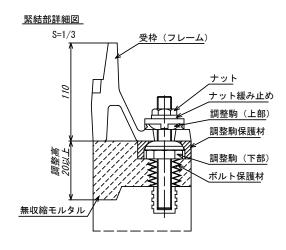


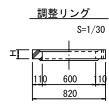


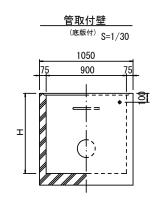

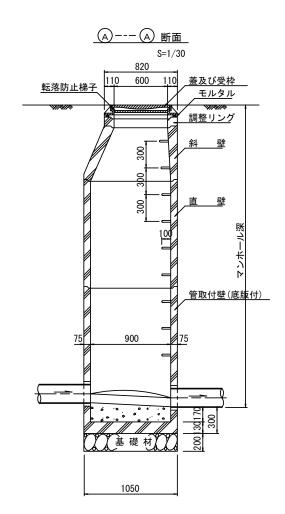

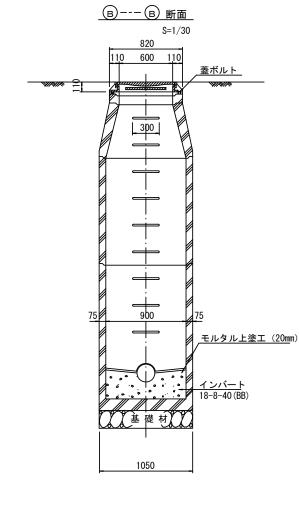

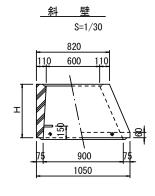

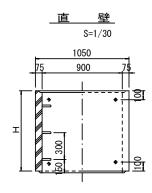

<u>,</u>	+	法	丰

		_					
種	類			Н	(mm)		
調整リ	ング	50	100	150			
斜	壁	300	450	600			
直	壁	300	600	900	1200	1500	1800
管取付	壁	600	900	1200	1500	1800	


※鉄蓋の仕様については、津市認定マンホール蓋(市章入り)とする。

参 考 ※この図面はA2サイズを原寸とする。


<u> </u>	<u>. の凶</u>	<u> </u>	<u>は 8 2 サイ</u>	<u> スを原りとりる。</u>	
エ	事	名	令和5年原 曽根南処理	度下工公補第13号 里分区公共下水道工事	ī
施ユ	箇 所	名	津市 安源	農町曽根 地内	
図	面	名	組立1号	マンホール構造図	₹
縮		尺	図示	図面番号 11/1	5
事	業 所	名	津市上下	水道事業局下水道工務	課


※ マンホール深2m以上の場合に、転落防止梯子を設置すること。

組立A1号マンホール構造図

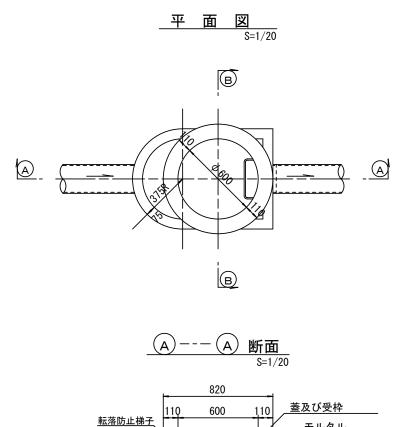



※ マンホール深2m以上の場合に、転落防止梯子を設置すること。

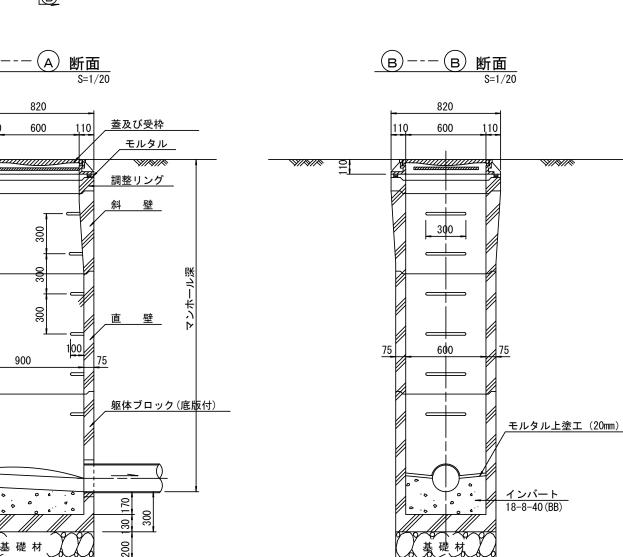


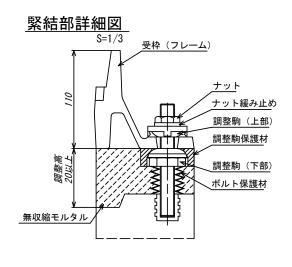


750

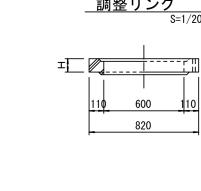


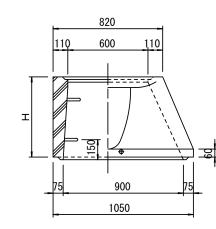

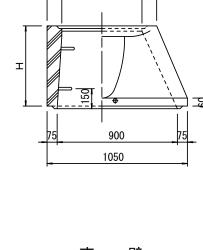

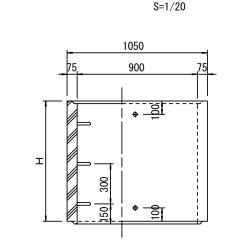

管取付壁 S=1/20 (底版付)

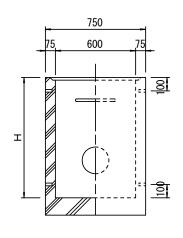

寸 法 表

	_			
種類			H (r	nm)
調整リング	50	100	150	
斜 壁	450	600		
直壁	300	600	900	
管取付壁	600	900		


※鉄蓋の仕様については、津市認定マンホール蓋(市章入り)とする。

<u> X</u>	_ の図	皿	IJ AZ	<u> サイス</u>	を原可	とする。
エ	事	名	令和 曽根	5 年度 ⁷ 南処理分	下工公補第 予区公共T	9.1.3号 下水道工事
施.	工箇所	名	津市	安濃田	竹曽根 均	也内
図	面	名	組立	A1号、	マンホー	ル構造図
縮		尺	図	示	図面番号	12/15
事	業所	名	津市.	上下水道	直事業局7	下水道工務課


リブ管用塩ビ製小口径マンホール構造図 1/2


S=1/15


A 型

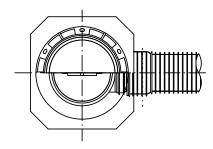

B 型

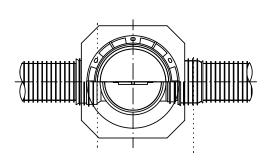

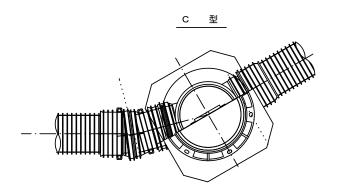

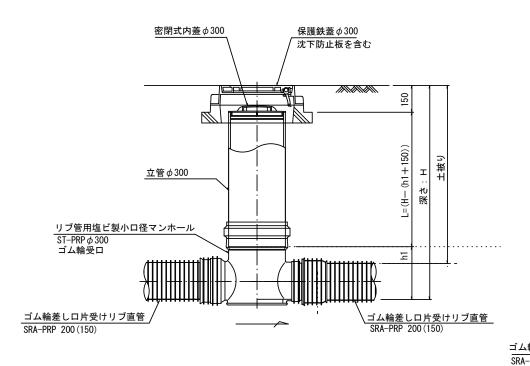


※塩ビマンホールは必要に応じた角度のインバートを使用すること。


※この図面はA2サイズを原寸とする。
 エ 事 名 令和5年度下工公補第13号 曽根南処理分区公共下水道工事
 施工箇所名 津市 安濃町曽根 地内
 図 面 名 リブ管用塩ビ製小口径マンホール構造図1/2
 縮 尺 1/15 図面番号 13/15
 事業所名 津市上下水道事業局下水道工務課

リブ管用塩ビ製小口径マンホール構造図2/2


S = 1/15

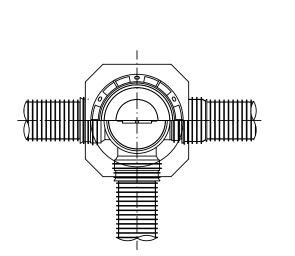



D 型

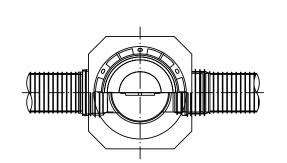



E 型

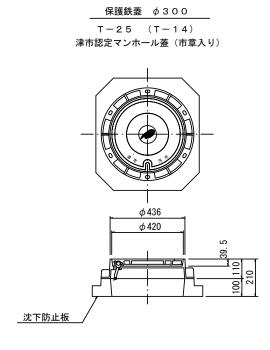

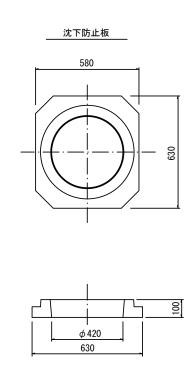

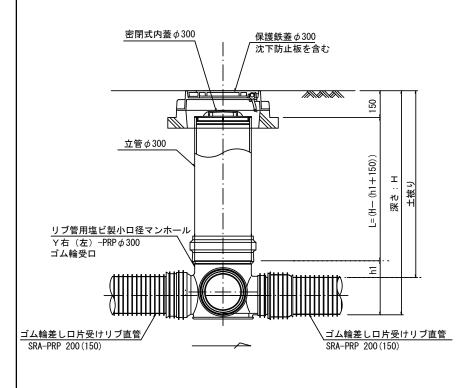

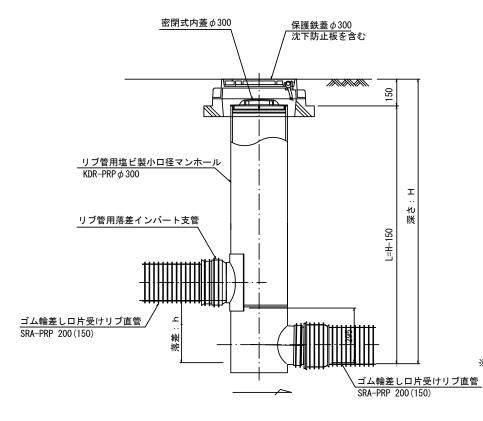

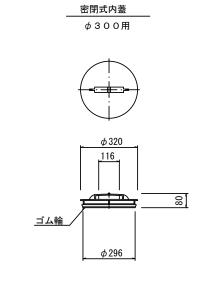

※塩ビマンホールは必要に応じた角度のインバートを使用すること。

			少 方	Ì
※この図面	はA2サイ	ズを原寸	とする。	

<u>ж с</u>	<u>い</u> 凶	Щ	<u>はMZリイヘを尿りこりる。</u>
Н	事	名	令和5年度下工公補第13号 曽根南処理分区公共下水道工事
施工	箇所	名	津市 安濃町曽根 地内
図	面	名	リブ管用塩ビ製小口径マンホール構造図2/2
縮		尺	1/15 図面番号 14/15
事業	美 所	名	津市上下水道事業局下水道工務課

取付管布設標準図


(リブ本管)

S=1/20


Aタイプ


汚水桝 構造図 s=1/5

官民境界

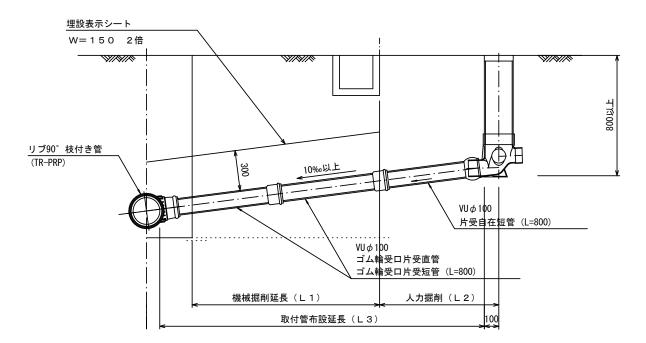


平 面 図 (参考)

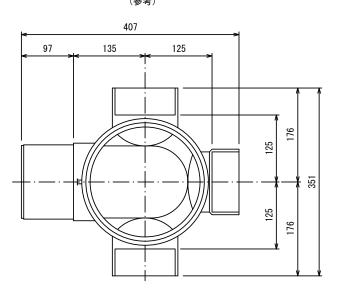


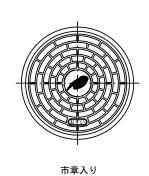

Bタイプ

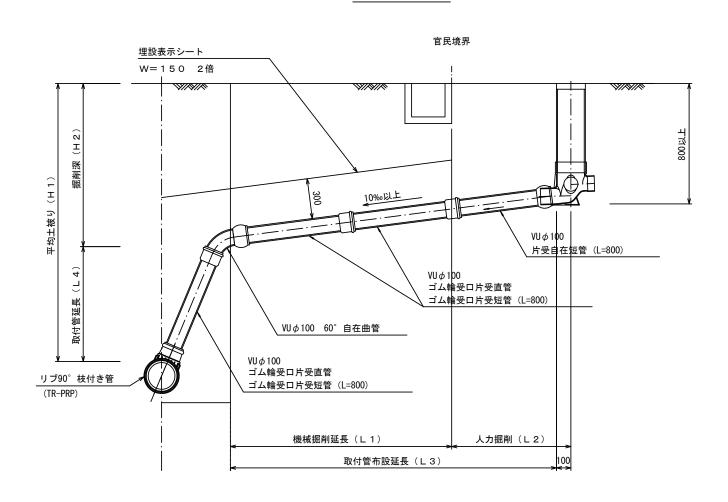

断面図

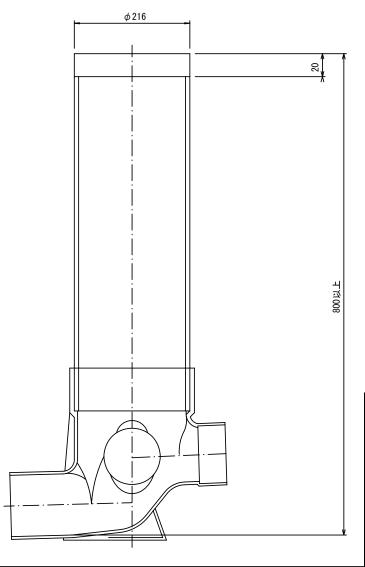

参考

<u> </u>	ے 0	り図	面	は A 2	サイズ	を原寸	とする。
エ	Ē	事	名	令和 曽根	5 年度 南処理分	下工公補第 予区公共☐	第13 号 下水道工事
施	工信	箇 所	名	津市	安濃田	丁曽根 均	也内
図	Ī	面	名	取付	管布設	標準図	(リブ本管)
縮			尺	図	示	図面番号	15/15
事	業	所	名	津市	上下水道	道事業局 [¬]	下水道工務課