

既設基準点座標一覧表(街区基準点)

測点	X	Y
1045A	-141238.503	47459.759
10060	-141410.756	47425.734
10066	-141585.359	47145.778

基準点座標一覧表



測点	X	Y
ST1	-141492.615	47151.888
ST2	-141401.455	47145.646
ST3	-141402.278	47199.646
ST4	-141402.612	47245.171
ST5	-141403.276	47359.440

中心点座標一覧表

測点	X	Y
NO.0	-141406.776	47105.528
NO.1	-141406.869	47125.528
NO.2	-141406.961	47145.528
NO.2+7.000	-141406.994	47152.527
NO.3	-141407.054	47165.527
NO.4	-141407.146	47185.527
NO.4+16.000	-141407.220	47201.527
NO.5	-141407.239	47205.527
NO.6	-141407.332	47225.527
NO.7	-141407.424	47245.526
NO.7+2.000	-141407.433	47247.526
NO.8	-141407.517	47265.526
NO.9	-141407.609	47285.526
NO.10	-141407.702	47305.526
NO.11	-141407.795	47325.526
NO.12	-141407.887	47345.525
PI1	-141407.956	47360.379
NO.12+15.000	-141407.979	47360.523
NO.13	-141408.780	47365.459
NO.14	-141411.982	47385.201
NO.15	-141415.184	47404.943


# 平面図

S=1:500

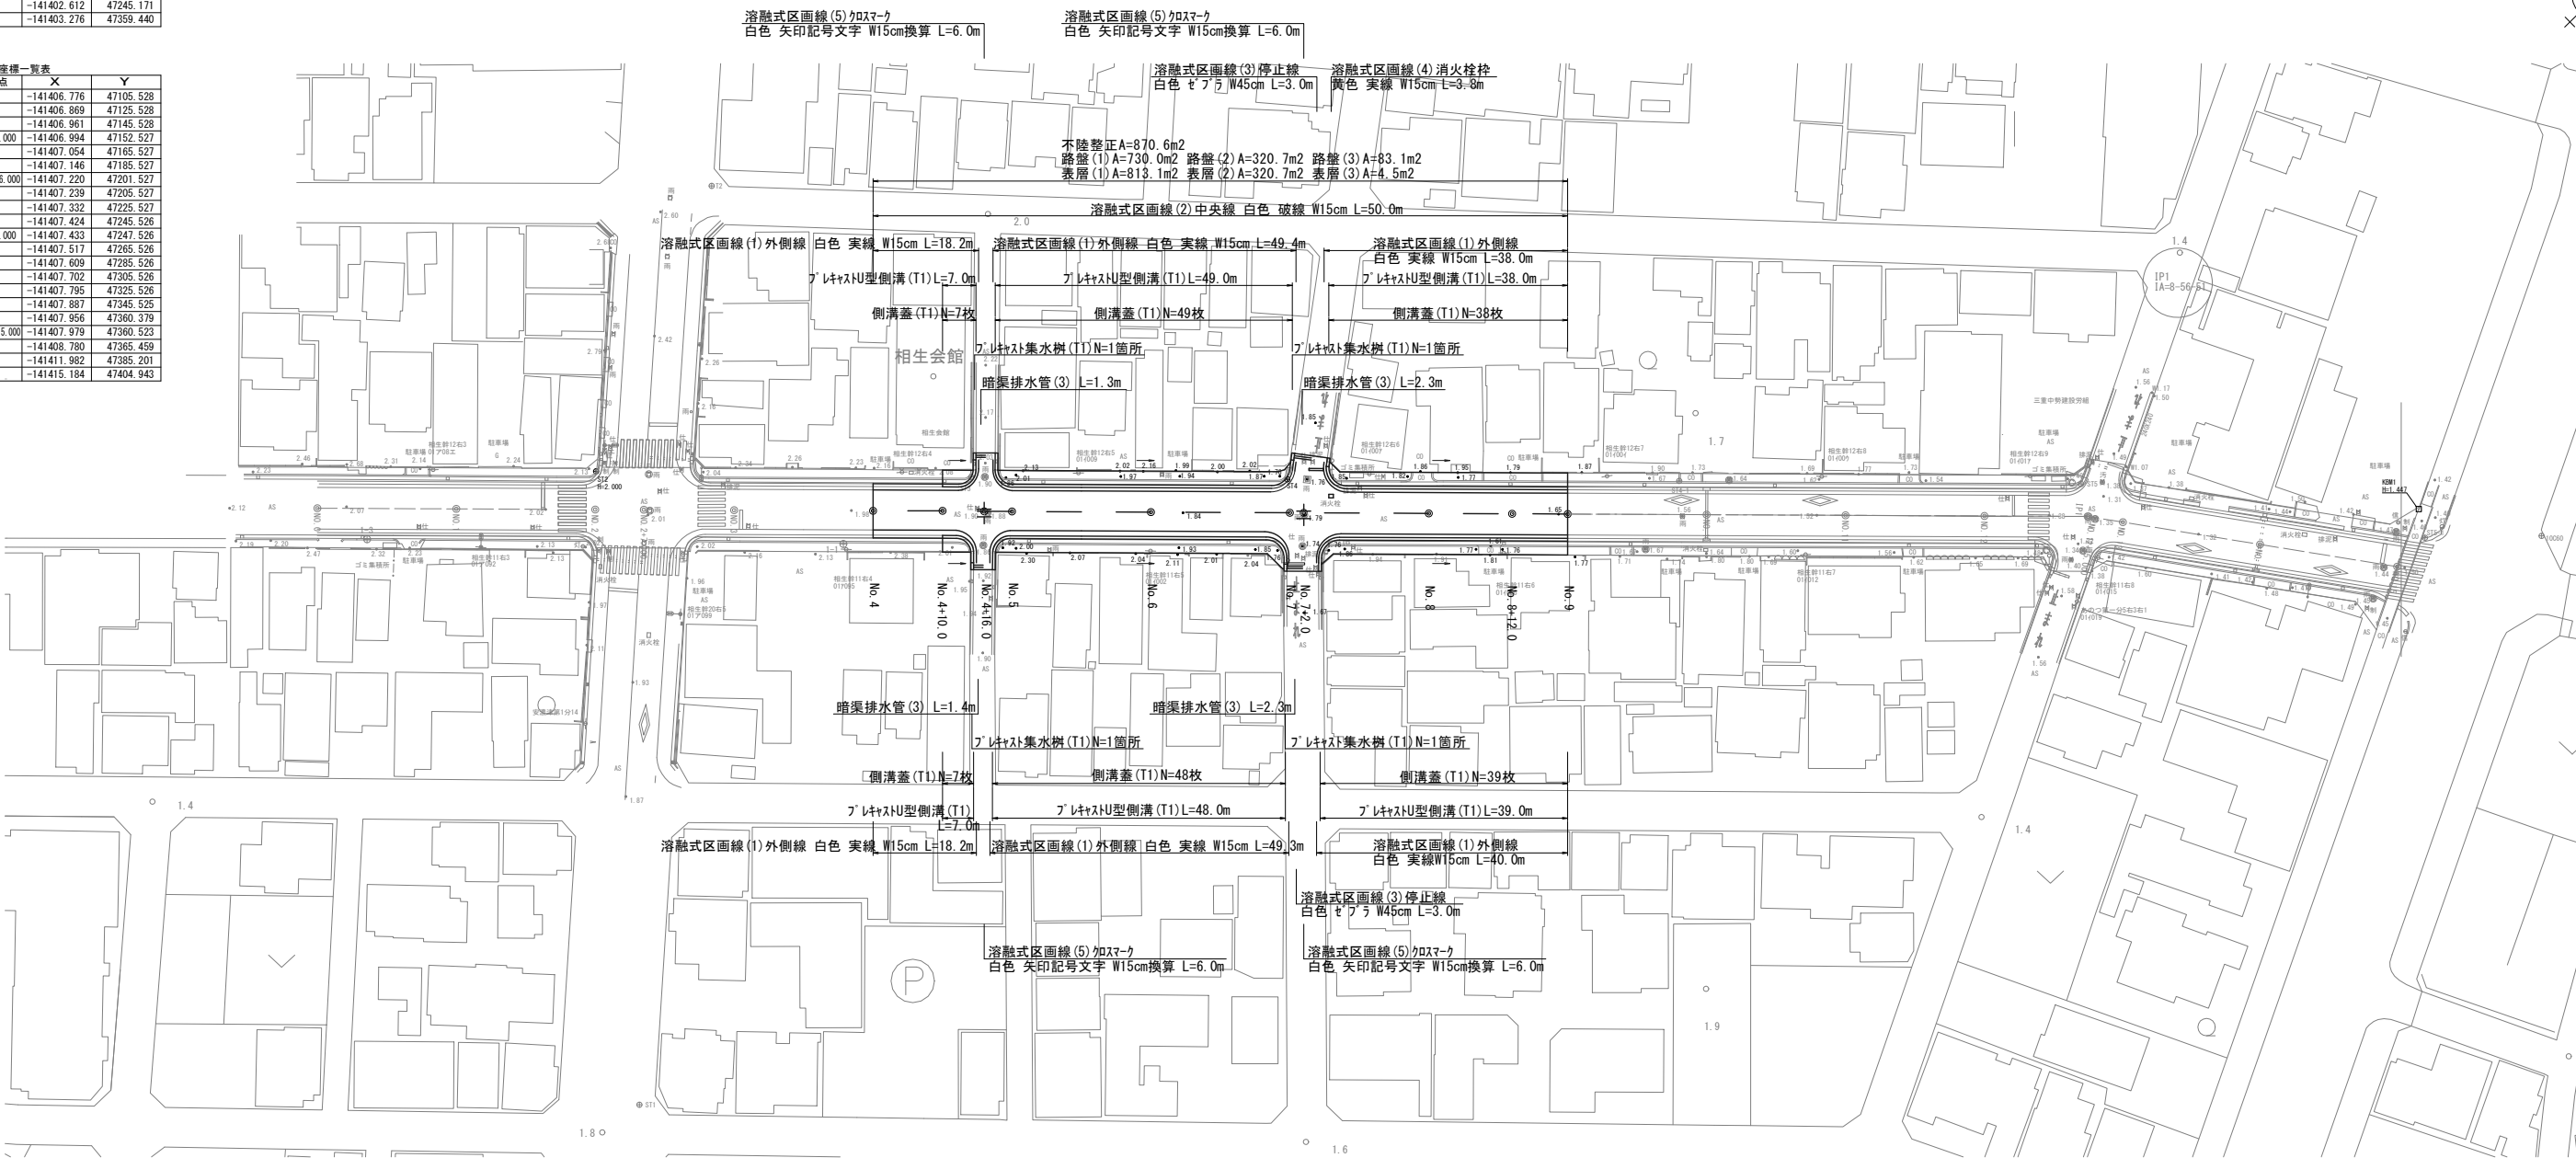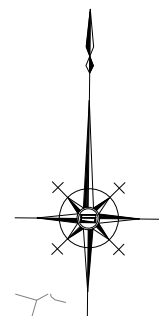

# 標準横断面図

S=1:50

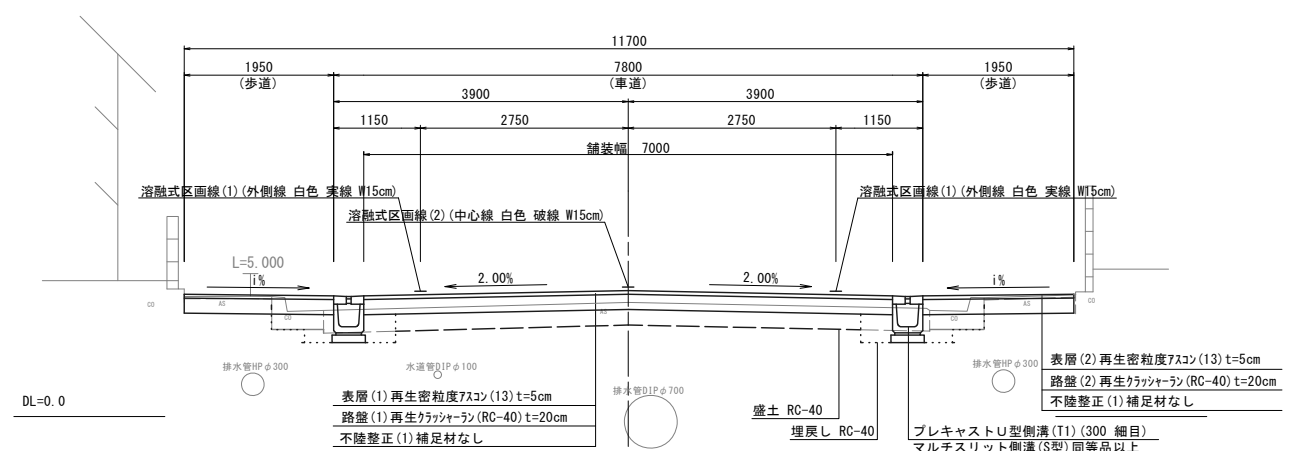


※この図面はA1サイズを原寸とする。

工事名	令和4年度北道維第15号 相生町地内道路改修工事
施工箇所名	津市相生町地内
図面の種類	平面図 標準横断面図
縮尺	図示 図面番号 1/5
事業所名	津市建設部津北工事事務所

# 縦断面図

V=1:100  
H=1:500

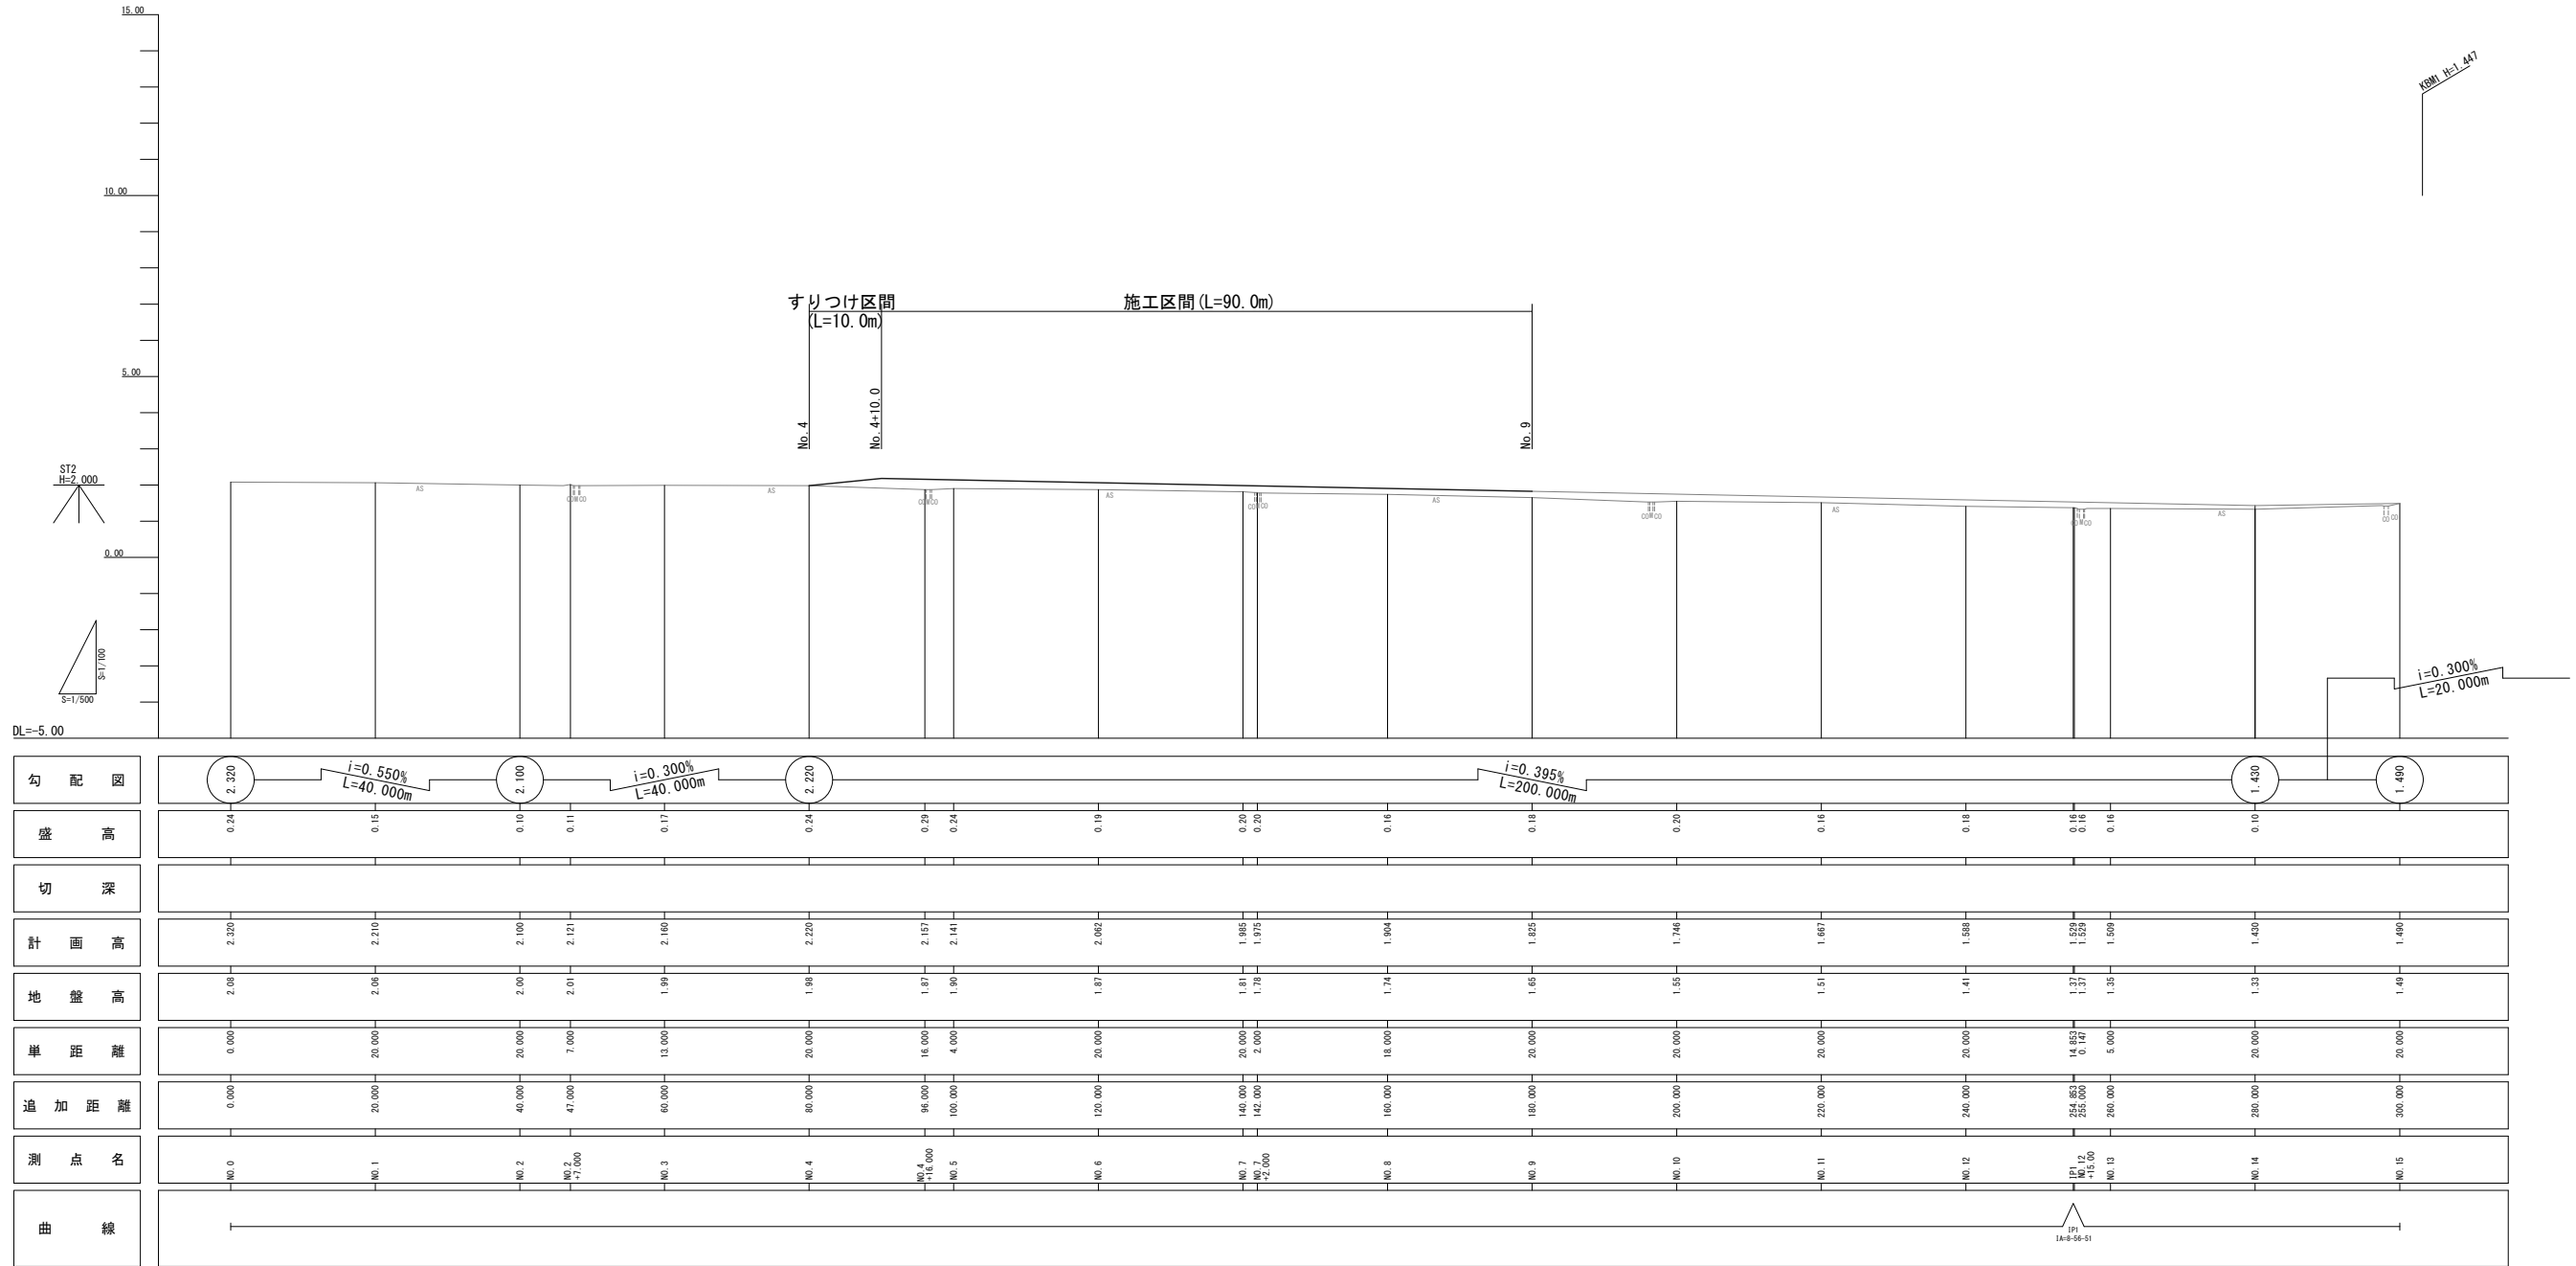

勾配図																					
盛高	0.24	0.15	0.10	0.11	0.17	0.24	0.29	0.24	0.19	0.25	0.28	0.16	0.20	0.16	0.18	0.16	0.16	0.10	1.400	1.400	
切深																					
計画高	2.320	2.210	2.100	2.121	2.160	2.220	2.187	2.141	2.082	1.985	1.975	1.894	1.825	1.746	1.667	1.588	1.509	1.430	1.400	1.400	
地盤高	2.08	2.06	2.00	2.01	1.98	1.98	1.87	1.90	1.87	1.81	1.78	1.74	1.66	1.55	1.51	1.41	1.35	1.33	1.35	1.40	
単距離	0.000	20.000	20.000	7.000	13.000	20.000	16.000	4.000	20.000	20.000	2.000	18.000	20.000	20.000	20.000	20.000	14.822	0.147	5.000	20.000	20.000
追加距離	0.000	20.000	40.000	47.000	60.000	80.000	96.000	100.000	120.000	140.000	142.000	160.000	180.000	200.000	220.000	240.000	254.822	255.000	260.000	280.000	300.000
測点名	No.0	No.1	No.2	No.2 +7.000	No.3	No.4	No.4 +16.000	No.5	No.6	No.7	No.7 +2.000	No.8	No.9	No.10	No.11	No.12	No.12 +14.822	No.12 +15.000	No.13	No.14	No.15
曲線																					

※この図面はA1サイズを原寸とする。


工事名	令和4年度北道維第15号 相生町地内道路改修工事		
施工箇所名	津市相生町地内		
図面の種類	縦断面図		
縮尺	図示	図面番号	2/5
事業所名	津市建設部津北工事事務所		

# 横断面図(1)

S=1:100

No. 4+16.0  
GH=1.97  
FH=2.157


No. 4+16.0		左		右	
掘削	土砂	-	-	-	m2
盛土	RC-40	1.9	-	-	m2
床掘り	土砂	-	-	-	m2
埋戻し	RC-40	-	-	-	m2
舗装版破砕(1)	t=250	-	-	-	m
舗装版破砕(2)	t=250	7.80	-	-	m
舗装版破砕(3)	t=30	-	-	-	m
舗装版破砕(4)	t=50	-	-	-	m
舗装版破砕(5)	t=50	-	-	-	m
表層(1)	t=50	7.80	-	-	m
車道部	路盤(1)	t=200	7.80	-	m
	不陸整正(1)	補足材なし	7.80	-	m
	表層(2)	t=50	-	-	m
歩道部	路盤(2)	t=200	-	-	m
	不陸整正(1)	補足材なし	-	-	m
Co構造物取壊し	無筋	-	-	-	m2

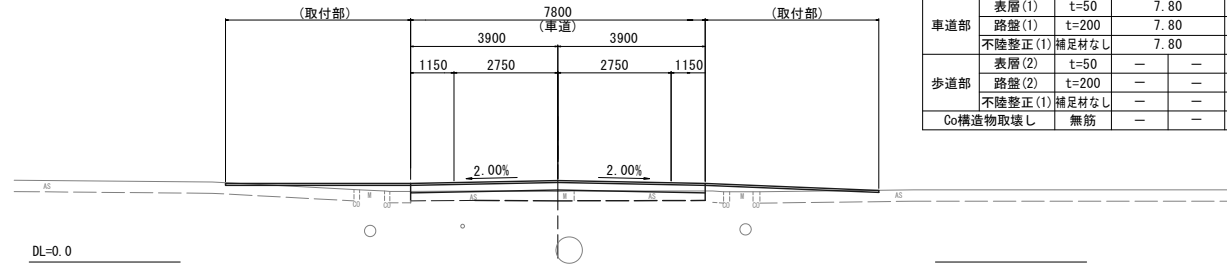

DL=0.0

No. 6  
GH=1.87  
FH=2.062


No. 6		左		右	
掘削	土砂	0.15	0.17	-	m2
盛土	RC-40	1.5	-	-	m2
床掘り	土砂	0.18	0.14	-	m2
埋戻し	RC-40	0.42	0.39	-	m2
舗装版破砕(1)	t=250	0.90	0.85	-	m
舗装版破砕(2)	t=250	-	6.20	-	m
舗装版破砕(3)	t=30	1.05	1.25	-	m
舗装版破砕(4)	t=50	-	-	-	m
舗装版破砕(5)	t=50	-	-	-	m
表層(1)	t=50	7.00	-	-	m
車道部	路盤(1)	t=200	7.00	-	m
	不陸整正(1)	補足材なし	6.20	-	m
	表層(2)	t=50	1.90	2.00	m
歩道部	路盤(2)	t=200	1.90	2.00	m
	不陸整正(1)	補足材なし	1.05	1.25	m
Co構造物取壊し	無筋	0.21	0.21	-	m2

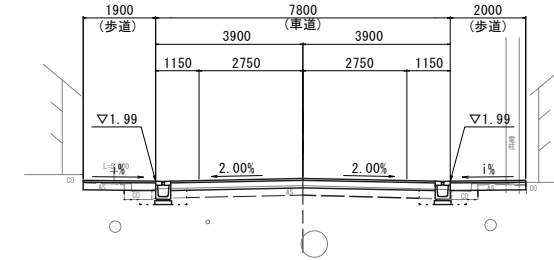

DL=0.0

No. 4+10.0(同所)  
GH=1.93  
FH=2.189


No. 4+10.0(同所)		左		右	
掘削	土砂	0.15	0.14	-	m2
盛土	RC-40	1.5	-	-	m2
床掘り	土砂	0.09	0.08	-	m2
埋戻し	RC-40	0.45	0.41	-	m2
舗装版破砕(1)	t=250	1.00	0.85	-	m
舗装版破砕(2)	t=250	-	6.20	-	m
舗装版破砕(3)	t=30	1.05	1.15	-	m
舗装版破砕(4)	t=50	-	-	-	m
舗装版破砕(5)	t=50	-	-	-	m
表層(1)	t=50	7.00	-	-	m
車道部	路盤(1)	t=200	7.00	-	m
	不陸整正(1)	補足材なし	6.20	-	m
	表層(2)	t=50	1.95	1.90	m
歩道部	路盤(2)	t=200	1.95	1.90	m
	不陸整正(1)	補足材なし	1.05	1.15	m
Co構造物取壊し	無筋	0.20	0.20	-	m2

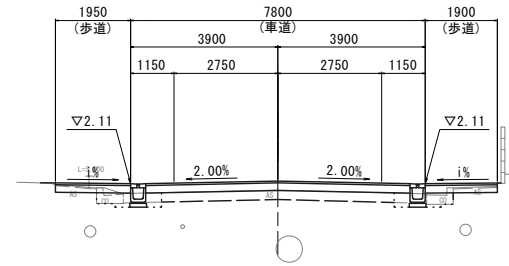

DL=0.0

No. 5  
GH=1.89  
FH=2.102


No. 5		左		右	
掘削	土砂	0.13	0.11	-	m2
盛土	RC-40	1.5	-	-	m2
床掘り	土砂	0.11	0.11	-	m2
埋戻し	RC-40	0.44	0.41	-	m2
舗装版破砕(1)	t=250	0.95	0.85	-	m
舗装版破砕(2)	t=250	-	6.20	-	m
舗装版破砕(3)	t=30	1.05	1.15	-	m
舗装版破砕(4)	t=50	-	-	-	m
舗装版破砕(5)	t=50	-	-	-	m
表層(1)	t=50	7.00	-	-	m
車道部	路盤(1)	t=200	7.00	-	m
	不陸整正(1)	補足材なし	6.20	-	m
	表層(2)	t=50	1.90	1.90	m
歩道部	路盤(2)	t=200	1.90	1.90	m
	不陸整正(1)	補足材なし	1.05	1.15	m
Co構造物取壊し	無筋	0.18	0.18	-	m2

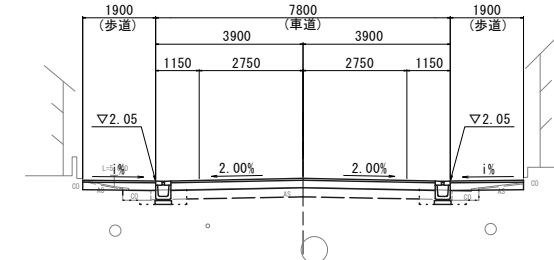

DL=0.0

No. 4  
GH=1.98

No. 4~No. 4+10.0		左		右	
掘削	土砂	-	-	-	m2
盛土	RC-40	2.0	-	-	m2
床掘り	土砂	-	-	-	m2
埋戻し	RC-40	-	-	-	m2
舗装版破砕(1)	t=250	-	-	-	m
舗装版破砕(2)	t=250	8.00	-	-	m
舗装版破砕(3)	t=30	-	-	-	m
舗装版破砕(4)	t=50	-	-	-	m
舗装版破砕(5)	t=50	-	-	-	m
表層(1)	t=50	8.00	-	-	m
車道部	路盤(1)	t=200	8.00	-	m
	不陸整正(1)	補足材なし	8.00	-	m
	表層(2)	t=50	-	-	m
歩道部	路盤(2)	t=200	-	-	m
	不陸整正(1)	補足材なし	-	-	m
Co構造物取壊し	無筋	-	-	-	m2

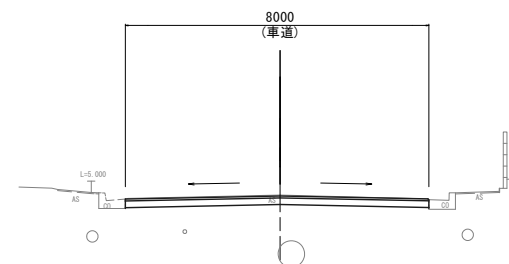

DL=0.0


※この図面はA1サイズを原寸とする。

工事名	令和4年度北海道道第15号 相生町地内道路改修工事
施工箇所名	津市相生町地内
図面の種類	横断面図(1)
縮尺	S=1:100 図面番号 3/5
事業所名	津市建設部津北工務事務所

# 横断面図(2)


S=1:100

No. 8  
GH=1.74  
FH=1.904

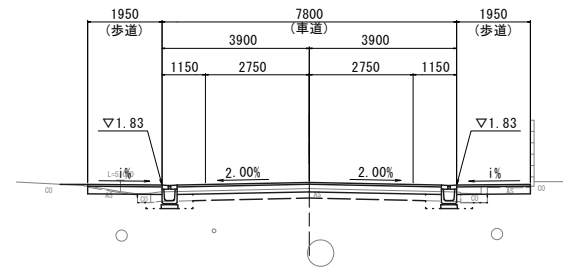


No. 8~No. 8+12.0	掘削	土砂	左		右		m2	No. 7+5.4	
			左	右	左	右			
	掘削	土砂	0.10	0.20				0.10	0.20
	盛土	RC-40		1.0					
	床掘り	土砂	0.18	0.18				0.18	0.18
	埋戻し	RC-40	0.37	0.40				0.37	0.40
	舗装版破砕(1)	t=250	1.10	0.90				1.10	0.90
	舗装版破砕(2)	t=250		6.20					
	舗装版破砕(3)	t=30	1.30	1.10				1.30	1.10
	舗装版破砕(4)	t=50							
	舗装版破砕(5)	t=50							
車道部	表層(1)	t=50		7.00					
	路盤(1)	t=200		7.00					
	不陸整正(1)	補足材なし		6.20					
歩道部	表層(2)	t=50	1.95	1.95				1.95	1.95
	路盤(2)	t=200	1.95	1.95				1.95	1.95
	不陸整正(1)	補足材なし	1.30	1.10				1.30	1.10
	Co構造物取壊し	無筋	0.09	0.20				0.09	0.20

No. 7+2.0  
GH=1.78  
FH=1.975

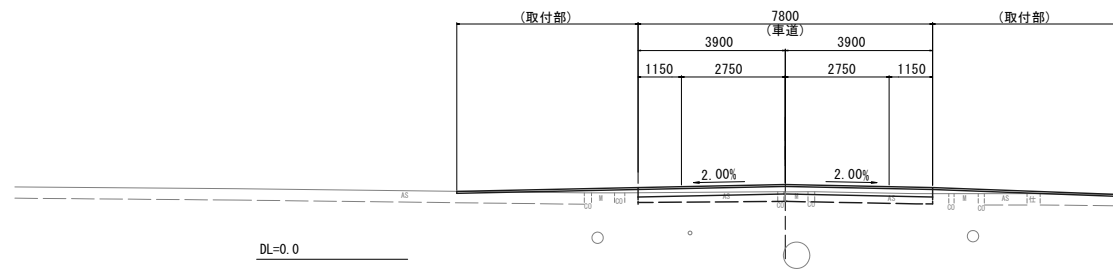

No. 7+2.0	掘削	土砂	左		右		m2
			左	右			
	掘削	土砂					
	盛土	RC-40		1.4			
	床掘り	土砂					
	埋戻し	RC-40					
	舗装版破砕(1)	t=250					
	舗装版破砕(2)	t=250		7.80			
	舗装版破砕(3)	t=30					
	舗装版破砕(4)	t=50					
	舗装版破砕(5)	t=50					
車道部	表層(1)	t=50		7.80			
	路盤(1)	t=200		7.80			
	不陸整正(1)	補足材なし		7.80			
歩道部	表層(2)	t=50					
	路盤(2)	t=200					
	不陸整正(1)	補足材なし					
	Co構造物取壊し	無筋					

No. 9  
GH=1.65  
FH=1.825

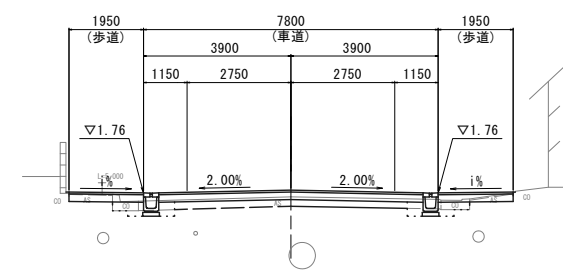


No. 8+12.0(同所)~No. 9	掘削	土砂	左		右		m2	No. 8+12.0(同所)
			左	右				
	掘削	土砂	0.21	0.23				
	盛土	RC-40		1.0				
	床掘り	土砂	0.15	0.19				
	埋戻し	RC-40	0.41	0.40				
	舗装版破砕(1)	t=250						
	舗装版破砕(2)	t=250						
	舗装版破砕(3)	t=30	1.15	1.20				
	舗装版破砕(4)	t=50	0.95	0.90				
	舗装版破砕(5)	t=50		6.20				
車道部	表層(1)	t=50		7.00				
	路盤(1)	t=200		7.00				
	不陸整正(1)	補足材なし		6.20				
歩道部	表層(2)	t=50	1.95	1.95				
	路盤(2)	t=200	1.95	1.95				
	不陸整正(1)	補足材なし	1.15	1.20				
	Co構造物取壊し	無筋	0.21	0.20				

※この図面はA1サイズを原寸とする。


工事名	令和4年度北道維持第15号 相生町地内道路改修工事		
施工箇所名	津市相生町地内		
図面の種類	横断面図(2)		
縮尺	S=1:100	図面番号	4/5
事業所名	津市建設部津北工事事務所		

# 工法図

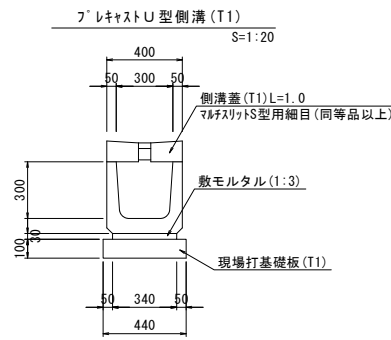

プラスチックU型側溝 (T1) 10.0m当り

名称	規格	単位	数量	備考
プラスチックU型側溝	300×300用L=2.0m	名称 (T1) 個	300×300プラスチック側溝同等品以上 5.00	
敷モルタル	1:3	m <sup>3</sup>	0.10	
現場打基礎板 (T1)		枚	5.00	
基面整正	m <sup>2</sup>	m <sup>2</sup>	4.40	
参考重量		kg	337	製品1個当り重量

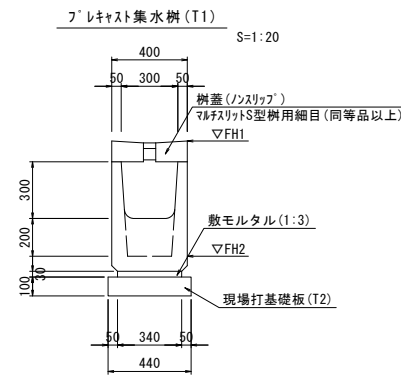


プラスチック集水樹 (T1) 10箇所当り

名称	規格	単位	数量	備考
プラスチック集水樹	300×300用L=1.0m	名称 個	300×300プラスチック樹同等品以上 10.00	
敷モルタル	1:3	m <sup>3</sup>	0.10	
現場打基礎板 (T2)		枚	10.0	
基面整正	m <sup>2</sup>	m <sup>2</sup>	4.40	
参考重量		kg	255	製品1個当り重量

プラスチック集水樹 (T1) 基準高さ一覧表

測点	樹天端高 ▽FH1	樹管底高 ▽FH2	備考
No.4+14.8(左)	1.99	1.38	
No.4+14.5(右)	1.99	1.38	
No.7+0.7(左)	1.80	1.19	
No.6+19.6(右)	1.81	1.20	

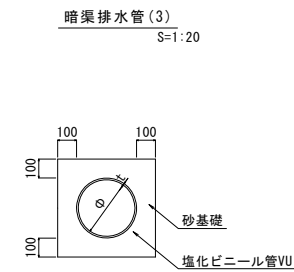


暗渠排水管 (3) 10.0m当り

名称	規格	単位	数量	備考
塩化ビニール管	VU	本	2.50	
砂基礎	管基礎用砂	m <sup>3</sup>	1.62	
基面整正		m <sup>2</sup>	4.67	
呼び径		mm	250	
外径		mm	267	

管渠作業土工 1.0m当り

名称	規格	単位	数量	備考
床掘り	土砂	m <sup>3</sup>	0.60	掘削幅=800
埋戻し	RC-40	m <sup>3</sup>	0.23	平均掘削H=750

現場打基礎板 (T1) (T2) S=1:20

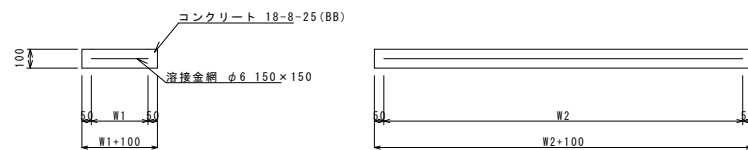


現場打基礎板 (T1) (T2) 10枚当り


名称	規格	単位	数量		備考
			(T1)	(T2)	
現場打基礎板		枚	10.00	10.00	
コンクリート	18-8-25 (BB)	m <sup>3</sup>	0.88	0.44	
同上型枠		m <sup>2</sup>	3.06	1.86	
路盤紙	クラフト紙	m <sup>2</sup>	8.80	4.40	
溶接金網	φ6 150×150	m <sup>2</sup>	6.46	3.06	
W1		mm	340	340	
W2		mm	1900	900	
参考重量		kg	207	103	1枚当り重量

舗装工 S=1:20


車道部

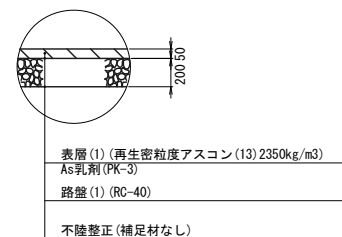


歩道部 (乗入部)

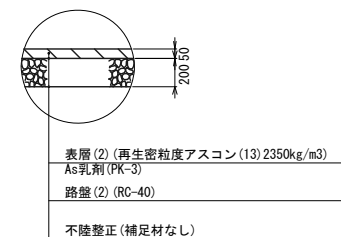

取付部

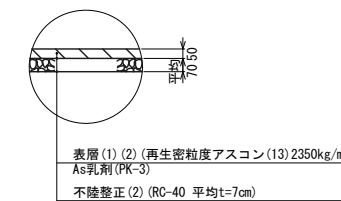

仮舗装

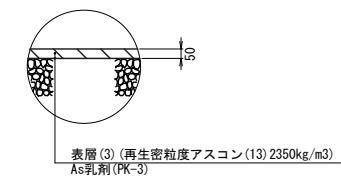

※この図面はA1サイズを原寸とする。

工事名	令和4年度北道線第15号 相生町地内道路改修工事
施工箇所名	津市相生町地内
図面の種類	工法図
縮尺	S=1:20 図面番号 5/5
事業所名	津市建設部津北工事事務所