
S=1:250 溶融式区画線(4) <u>消火栓枠(黄文字記号</u>·W=15cm) / L=3.6m 溶融式区画線(1) 溶融式区画線(1) 溶融式区画線(1) 溶融式区画線(1) 溶融式区画線(1) 溶融式区画線(1) 溶融式区画線(1) 外側線(白実線·W=15cm) 外側線(白実線·W=15cm) 外側線(白実線·W=15cm) 外側線(白実線·W=15cm) 外側線(白実線·W=15cm) 外側線(白実線·W=15cm) 外側線(白実線·W=15cm) L=11. 2m L=14.0m L=20.9m L=20.1m L=18.9m L=14.5m L=15.7m 溶融式区画線(3) 文字止まれ(白文字記号·W=15cm) 溶融式区画線(3) 溶融式区画線(3) 溶融式区画線(3) 溶融式区画線(3) 溶融式区画線(3) 溶融式区画線(3) L=18.6m 溶融式区画線(2) クロスマーク(白文字記号・W=15cm) クロスマーク(白文字記号・W=15cm) クロスマーク(白文字記号・W=15cm) クロスマーク(白文字記号・W=15cm) クロスマーク(白文字記号・W=15cm) クロスマーク(白文字記号・W=15cm) 停止線 (白ゼブラ・W=30cm) L=5.7m L=5.7m L=5.7m / L=5.7m L=5.7m L=5.7mL=2.5m 表層(1) A=600.4m2 表層(2) A=8.5m2 不陸整正(1) A=600.4m2 プレキャスト集水桝(45) プレキャスト集水桝(45) N=1箇所 プレキャスト集水桝(45) _プレキャスト集水桝(45) プレキャスト集水桝(45) N=1箇所 N=1箇所 _プレキャスト集水桝(45) N=1箇所 プレキャスト集水桝(45) プレキャスト集水桝(45) プレキャスト集水桝(45) プレキャスト集水桝(80) プレキャスト集水桝(45) N=1箇所 N=1箇所 N=1箇所 N=1箇所 側溝蓋(2) N=25枚 側溝蓋(2) N=37枚 側溝蓋(2) N=38枚 側溝蓋(2) N=26枚 側溝蓋(2) N=27枚 側溝蓋(2) N=37枚 側溝蓋(2) N=27枚 側溝蓋(5) N=2枚 プレキャストU型側溝(35) L=1.3m _プレキャストU型側溝(35) L=1.3m プレキャストU型側溝(35) L=1.3m _プレキャストU型側溝(35) L=1.3m プレキャストU型側溝(35) L=1.3m プレキャストU型側溝(13) プレキャストU型側溝(13) プレキャストU型側溝(13) プレキャストU型側溝(13) プレキャストU型側溝(13) プレキャストU型側溝(13) プレキャストU型側溝(13) L=13.4m L=19.7m L=19.2m L=13.8m L=19.3m L=14. 2m L=14.1m No. ++16. ++10. +8. +8. +13. 3 +12. 7 +2. 0 No. 4 11737 ∞ω61 -2 9 9 7 9 4 4 6 1 04 16 16 N++ 0.1 +12. 2 +11. 7 56 KBM. 3 H=17. 699 プレキャストU型側溝(15) L=59.2m プレキャストU型側溝(13) プレキャ<u>ストU型</u>側溝(15) s, プ[°]レキャストU型側溝(T1) L=15. Om L=50.6m L=2.3m_プレキャスト集水桝(T1) N=1箇所 、 プレキャスト集水桝(T1) N=1箇所 プレキャスル集水桝(T4) \ \ プレキャスト集水桝(T3) √ N=1箇所 側溝蓋(2) N=4枚 側溝蓋(2) N=96枚 側溝蓋(T1) N=6枚 側溝蓋(2) N=113枚 側溝蓋(T1) N=6枚 側溝蓋(T1) N=1枚 。 | 溶融式区画線(2) | 停止線(白ゼブラ·W=30cm) | L=1.7m | 溶融式区画線(3) | <u>クロスマーク(白文字記号・W</u>=15cm) | L=5.7m 溶融式区画線(3) \ 文字止まれ(白文字記号·W=15cm) L=18.6m 溶融式区画線(1) 外側線(白実線·W=15cm) L=52.7 m 溶融式区画線(1) 外側線(白実線·W=15cm) L=60. 2m 薄層カラー舗装(緑)A=31.4m2 薄層カラー舗装(緑)A=25.8m2 (51.6m×0.5m) $(62.8 m \times 0.5 m)$ 【1号工事箇所】A路線 ※この図面はA1サイズを原寸とする。 令和5年度 南道新補第2号 工事名 城山第8号線ほか4線道路改良工事 施工箇所名 津市 城山一丁目及び城山二丁目 地内 図面名 平面図 図面番号 1/10 S=1:250 津 市 建 設 部 津 南 工 事 事 務 所 事業所名

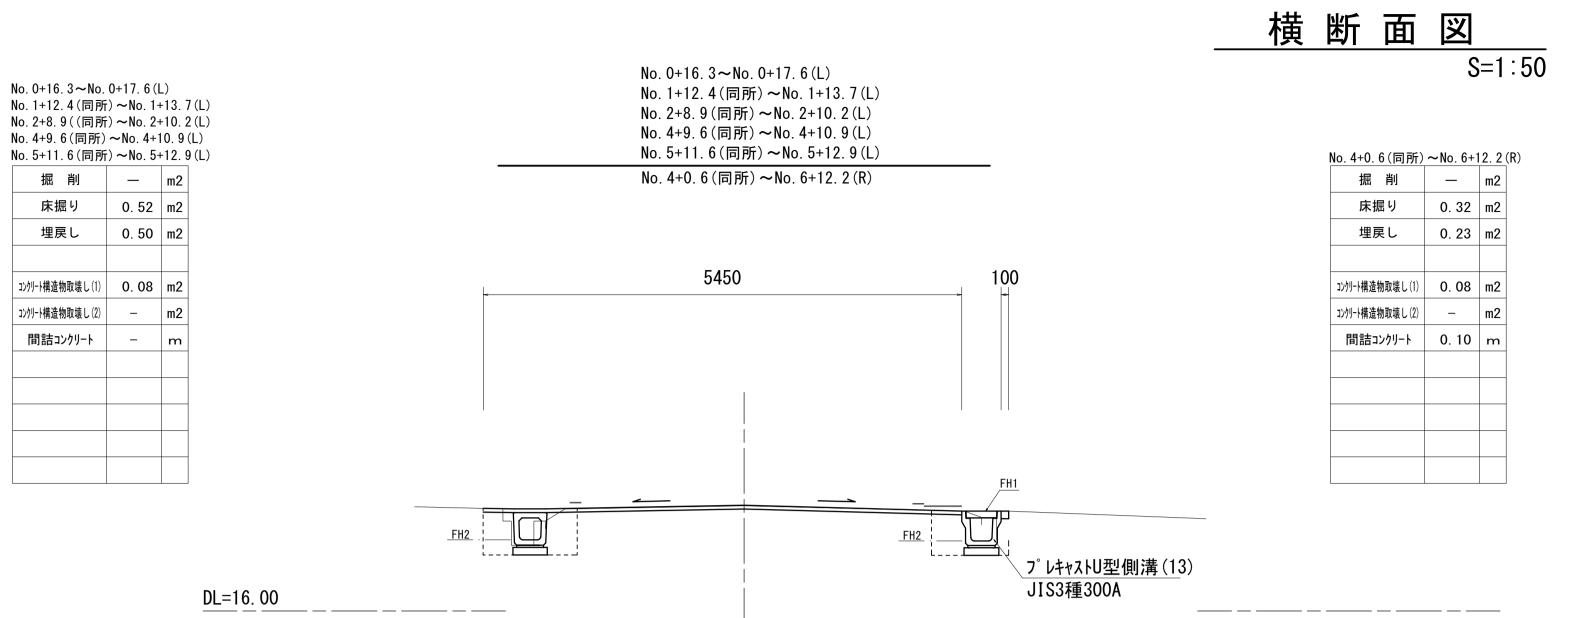

 $\mathsf{NTT}\overset{\circ}{\phi}$ 75

○ 下 ø 200

○ 下*ф*200 No. 0+16. 3~No. 0+17. 6
No. 1+12. 4 (同所) ~No. 1+13. 7
No. 2+8. 9 (同所) ~No. 2+10. 2
No. 4+9. 6 (同所) ~No. 4+10. 9
No. 5+11. 6 (同所) ~No. 5+12. 9

舗装版破砕(1) 3. 90 m

舗装版破砕(2) 1. 40 m

不陸整正(1) 4. 60 m

不陸整正(2) - m

路 盤 - m

表 層 (1) 4. 60 m

表 層 (2) 0. 40 m

No. 0+2. 8~No. 0+16. 3

No. 0+17. 6(同所)~No. 1+12. 4

No. 1+13. 7(同所)~No. 2+8. 9

No. 2+10. 2(同所)~No. 3+4. 8

No. 4+0. 6(同所) ~No. 4+9. 6

No. 4+10. 9(同所)~No. 5+11. 6

No. 5+12. 9(同所)~No. 6+13. 3

舗装版破砕(1) 3.90 m

 舗装版破砕(2)
 1.10
 m

 不陸整正(1)
 4.60
 m

表 層(1) 4.60 m

不陸整正(2)

表層(2)

A路線 左側


	No. 0+2. 8	+15. 8	+16. 3	+17. 6	+18. 1	No. 1	+11. 9	+12. 4	+13. 7	+14. 2	No. 2	+8. 4	+8. 9
FH1	18. 71	18. 55	1	-	18. 52	18. 50	18. 44	-	_	18. 42	18. 40	18. 35	-
FH2	18. 31	18. 15	18. 15	18. 13	18. 12	18. 10	18. 04	18. 04	18. 03	18. 03	18. 00	17. 96	17. 96
	+10. 2	+10. 7	No. 3	+4. 8	+9. 9	No. 4	+9. 1	+9. 6	+10. 9	+11.4	+18. 0	No. 5+11. 1	+11. 6

- 18. 34 18. 31 18. 29 18. 28 18. 25 18. 22 - - 18. 22 18. 20 18. 05

FH2	17. 95	17. 95	17. 92	17. 90	17. 89	17. 86	17. 83	17. 83	17. 82	17. 82	17. 80	17. 65
	+12. 9	+13. 4	+14. 0	No. 6	+12. 7							
FH1	-	18. 02	18. 02	17. 79	17. 32							

A路線 右側

	No. 0+2. 8	+5. 3	No. 1	No. 2	+10. 0	No. 3	+4. 5	+5. 6	No. 4+0. 6	+18.0	No. 5+14. 0	No. 6	+11. 7
FH1	18. 67	18. 65	18. 53	18. 42	18. 37	18. 25	18. 21	18. 21	18. 27	18. 19	17. 95	17. 73	17. 32
FH2	18. 07	18. 05	17. 93	17. 82	17. 77	17. 66	17. 61	17. 81	17. 87	17. 79	17. 55	17. 34	16. 92

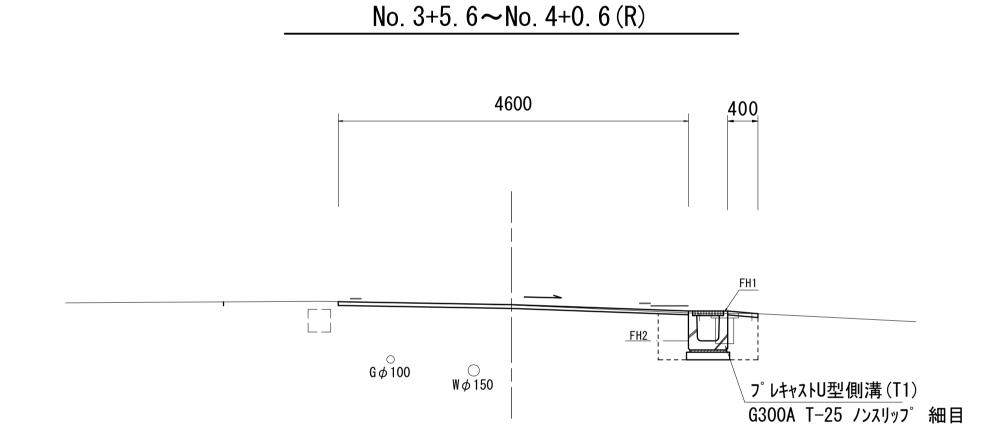

o. 3+5. 6 ~N o. 4	+0.6(R)	
掘削	_	m2
床掘り	0. 64	m2
埋戻し	0. 47	m2
コンクリート構造物取壊し(1)	_	m2
- リート構造物取壊し(2)	0. 15	m2
間詰コンクリート	_	m

No. 3+5. 6(同所)	∼N o. 3+9	. 9
舗装版破砕(1)	4. 25	m
舗装版破砕(2)	0. 65	m
不陸整正(1)	4. 60	m
不陸整正(2)	_	m
路盤	_	m
表 層 (1)	4. 60	m
表 層 (2)	0. 40	m

No. 3+9. 9(同所)	~No. 4+0). 6
舗装版破砕(1)	3. 90	m
舗装版破砕(2)	1. 20	m
不陸整正(1)	4. 60	m
不陸整正(2)	_	m
路盤	_	m
表 層 (1)	4. 60	m
表層(2)	0. 40	m

FH2 17. 63 17. 63 17. 62 17. 40 16. 92


No. 0+2. 8	3 ∼N o. 0)+16.3(L)		
No. 0+17.	6(同所	→ No.	1+	-12. 4	1 (L)
No. 1+13.	7(同所	→ No.	2+	8. 9	(L)
No. 2+10.	2(同所	→ No.	3+	4.8	(L)
No. 3+9. 9	~N o. 4	l+9.6(L)		
No. 4+10.	9(同所	→ No.	5+	-11. 6	3 (L)
No. 5+12.	9(同所	→ No.	6+	-13. 3	3 (L)
垣	出山			m?	

DL=16.00

DL=16.00

No. 5+12. 9 (同所	→ No. 6+	-13. 3
掘削	_	m2
床掘り	0. 32	m2
埋戻し	0. 23	m2
コンクリート構造物取壊し(1)	0. 08	m2
コンクリート構造物取壊し(2)	_	m2
間詰コンクリート	0. 10	m



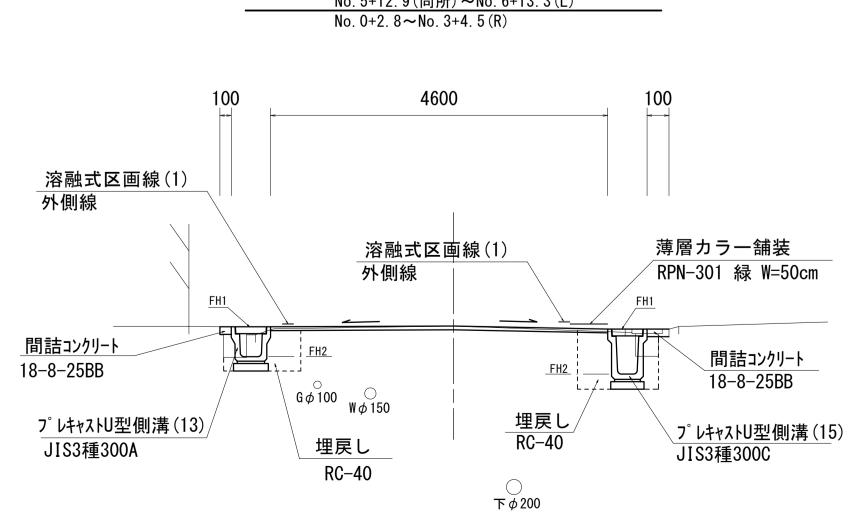


_	m2	
0. 56	m2	
0. 33	m2	
0. 08	m2	
-	m2	
0. 10	m	
	0. 33	0. 56 m2 0. 33 m2 0. 08 m2 - m2

【1号工事箇所】A路線 ※この図面はA1サイズを原寸とする

※この図面はA1 -	サイズを原寸とする	0 0	
工事名	令和5年度 南 城山第8号線日		
施工箇所名	津市 城山一	「目及び城」	山二丁目 地内
図面名	横断面図		
縮尺	S=1:50	図面番号	2/10
事業所名		建 設 部 工 事 事 和	务 所

17. 65



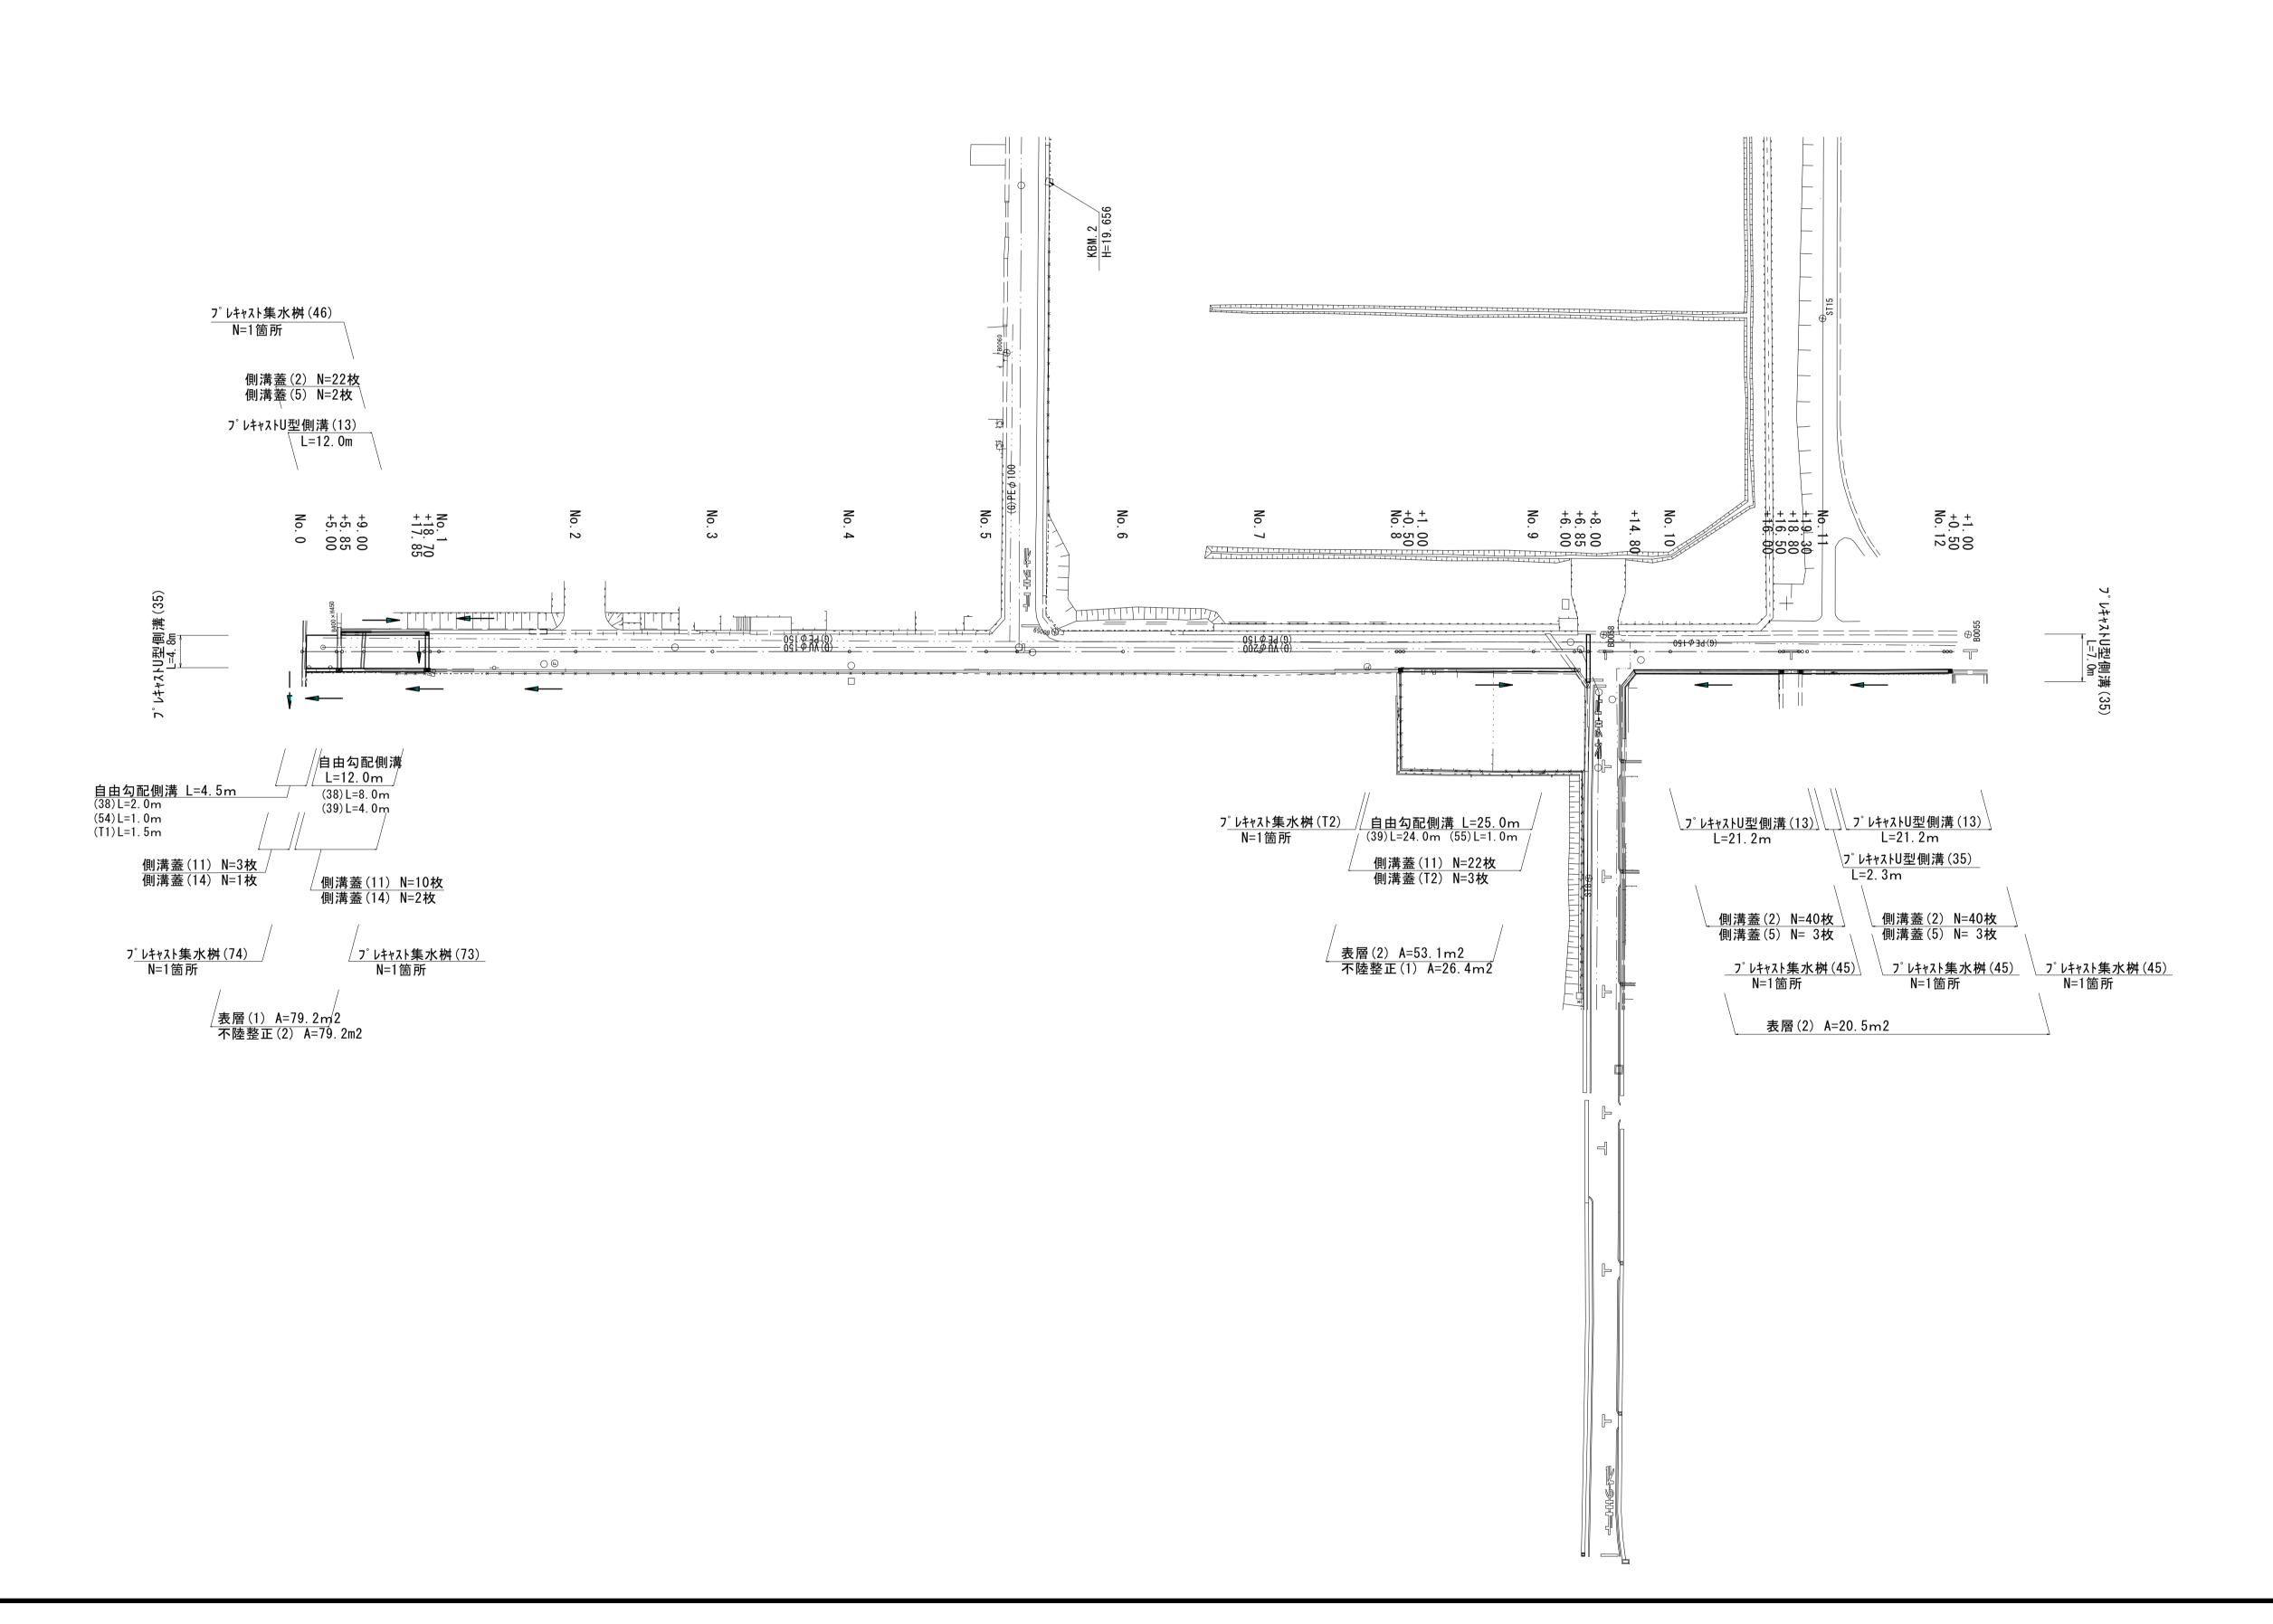



【1号工事笛所】R路線


【 号工事固所】	B路線		
※この図面はA1 -	サイズを原寸とする	0 0	
工事名	令和5年度 南 城山第8号線日		_
施工箇所名	津市 城山一	「目及び城」	山二丁目 地内
図面名	平面図		
縮尺	S=1:500	図面番号	3/10
事業所名		建 設 部 工 事 事 和	务所
		<u> </u>	




S=1:50

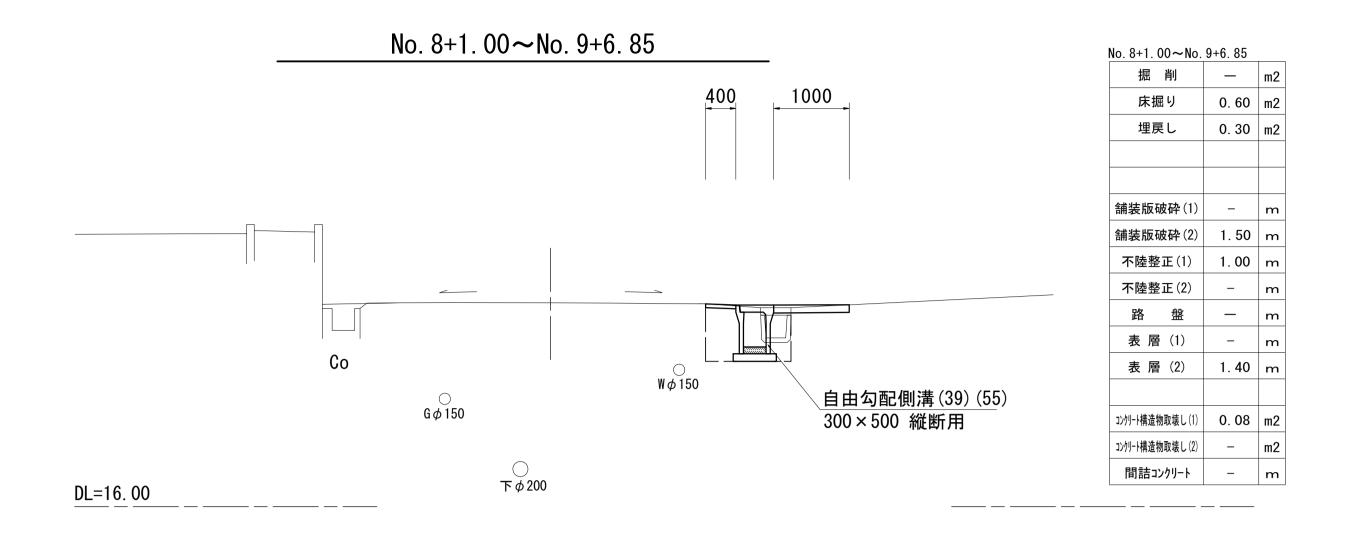


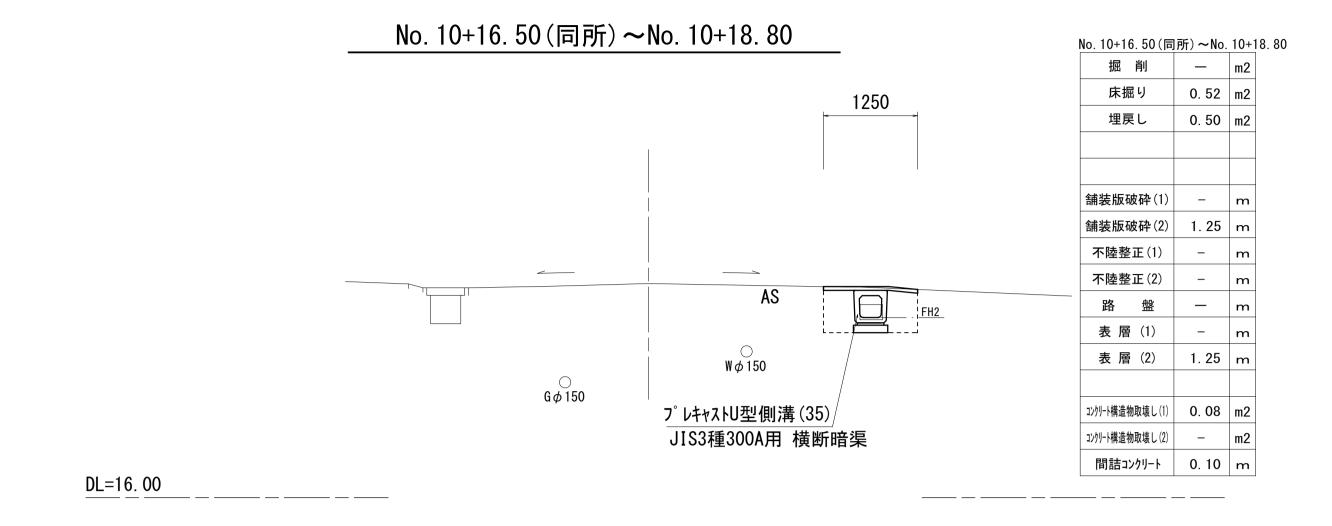

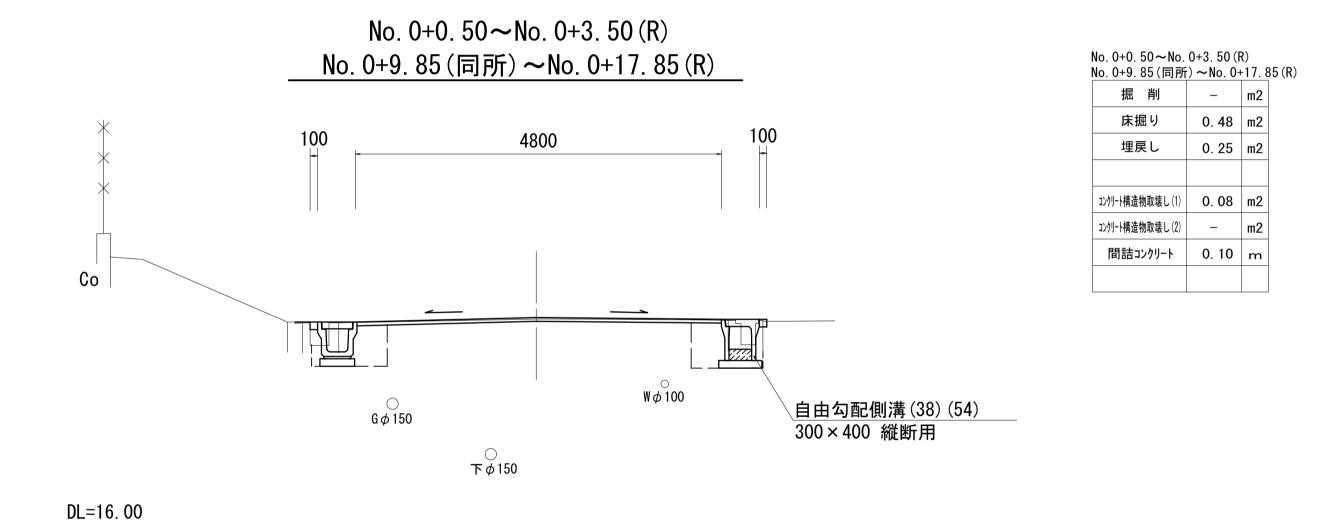

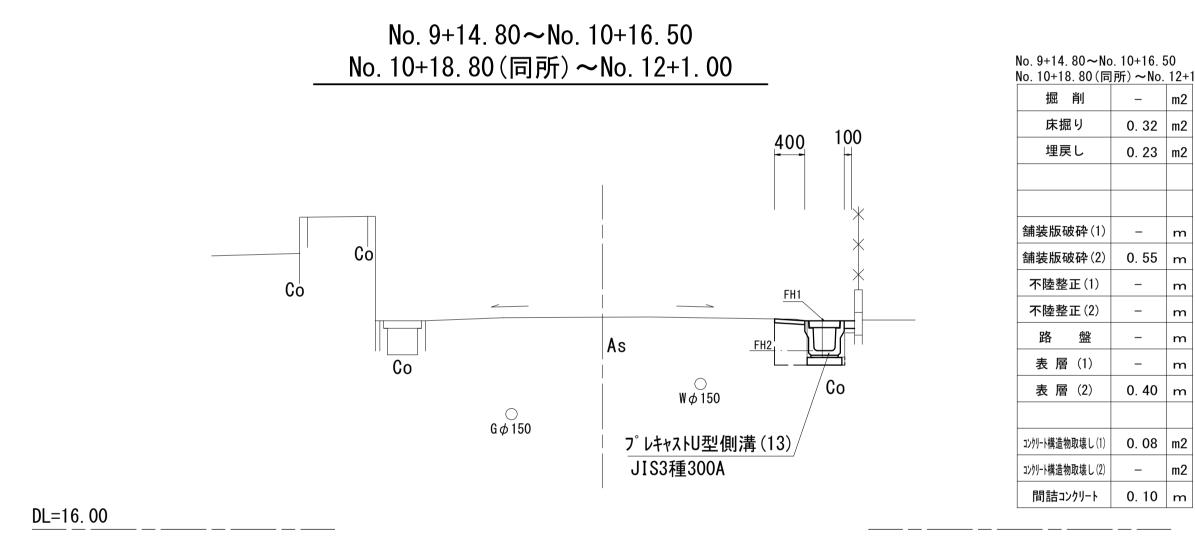



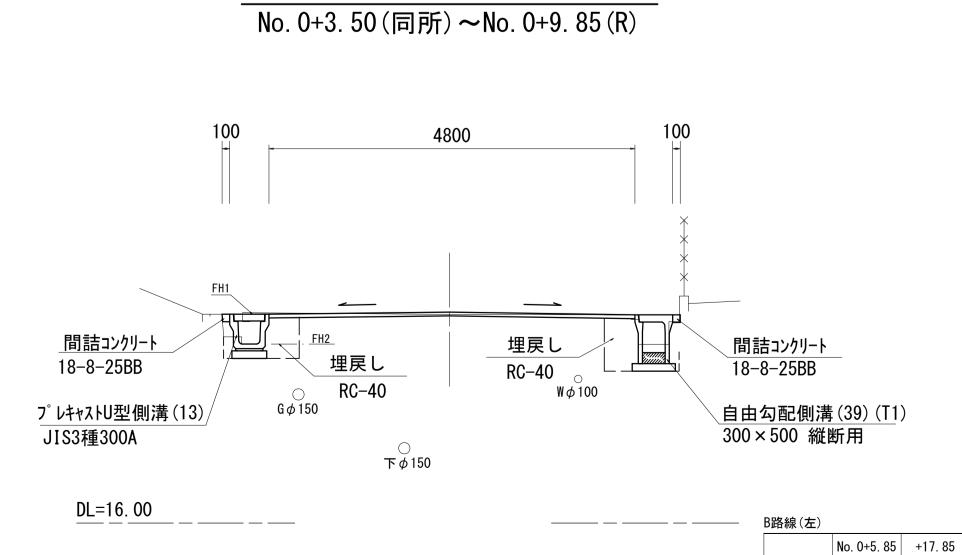

No. 0+5. 85~No. 0+17. 85 (L)

床掘り 0.56 m2 埋戻し 0.33 m2 コンクリート構造物取壊し(1) 0.08 m2 コンクリート構造物取壊し(2) - m2 間詰コンクリート 0.10 m 舗装版破砕(2) 0.55 不陸整正(1) - 水陸整正(2) 4.80 路盤 - 表層(1) 4.80 表層(2) -	埋戻し 0.33 m2 コンクリート構造物取壊し(1) 0.08 m2 コンクリート構造物取壊し(2) - m2 表層(1) 4.80 表層(1)	世戻し 0.33 m2 不陸整正(1) - 不陸整正(2) 4.80 コンケリート構造物取壊し(1) 0.08 m2 路盤 - 表層(1) 4.80 表層(1) 4.80	世戻し 0.33 m2 不陸整正(1) - 不陸整正(2) 4.80 コンケリート構造物取壊し(1) 0.08 m2 路 盤 - 北ケリート構造物取壊し(2) - m2 表層(1) 4.80	掘削	_	m2	舗装版研	按砕(1)	3. 05	
不陸整正(2) 4.80 コンケリート構造物取壊し(1) 0.08 m2 路盤 - コンケリート構造物取壊し(2) - m2 表層(1) 4.80	不陸整正(2) 4.80 コンケリート構造物取壊し(1) 0.08 m2 路盤 - コンケリート構造物取壊し(2) - m2 表層(1) 4.80	不陸整正(2) 4.80 コンケリート構造物取壊し(1) 0.08 m2 路盤 - コンケリート構造物取壊し(2) - m2 表層(1) 4.80	不陸整正(2) 4.80 コンケリート構造物取壊し(1) 0.08 m2 路盤 - コンケリート構造物取壊し(2) - m2 表層(1) 4.80	床掘り	0. 56	m2	舗装版研	按砕(2)	0. 55	Ī
コンケリート構造物取壊し(1) 0.08 m2 路 盤 - コンケリート構造物取壊し(2) - m2 表層(1) 4.80	コンケリート構造物取壊し(1) 0.08 m2 路 盤 - コンケリート構造物取壊し(2) - m2 表層(1) 4.80	コンケリート構造物取壊し(1) 0.08 m2 路 盤 - コンケリート構造物取壊し(2) - m2 表層(1) 4.80	コンケリート構造物取壊し(1) 0.08 m2 路 盤 - コンケリート構造物取壊し(2) - m2 表層(1) 4.80	埋戻し	0. 33	m2	不陸整	正(1)	_	Ī
コンクリート構造物取壊し(2) - m2 表層(1) 4.80	コンクリート構造物取壊し(2) - m2 表層(1) 4.80	コンクリート構造物取壊し(2) - m2 表層(1) 4.80	コンケリート構造物取壊し(2) - m2 表層(1) 4.80				不陸整	正(2)	4. 80	
				コンクリート構造物取壊し(1)	0. 08	m2	路	盤	_	Ī
間詰コンクリート 0.10 m 表層(2) –	間詰コンクリート 0.10 m 表層(2) –	間詰コンクリート 0.10 m 表層(2) –	間詰コンクリート 0.10 m 表層(2) -	コンクリート構造物取壊し(2)	_	m2	表層	(1)	4. 80	Ī
				間詰コンクリート	0. 10	m	表層	(2)	_	Ī
										Ī

FH1 18. 67 18. 65 FH2 18. 07 18. 05

路線(右)								
	No. 9+14. 80	No. 10	+16. 00	+16. 50	+18. 80	+19. 30	No. 12+0. 50	
FH1	18. 70	18. 72	18. 78	_	_	18. 79	18. 86	
FH2	18. 31	18. 33	18. 38	17. 38	17. 39	18. 39	18. 47	
	1		I	l	l			

No. 0+5. 85~No. 1+17. 85

不陸整正(1)

路盤


表層(2)


舗装版破砕(1) 4.10 m

舗装版破砕(2) 1.10 m

不陸整正(2) 4.80 m

表層(1) 4.80 m

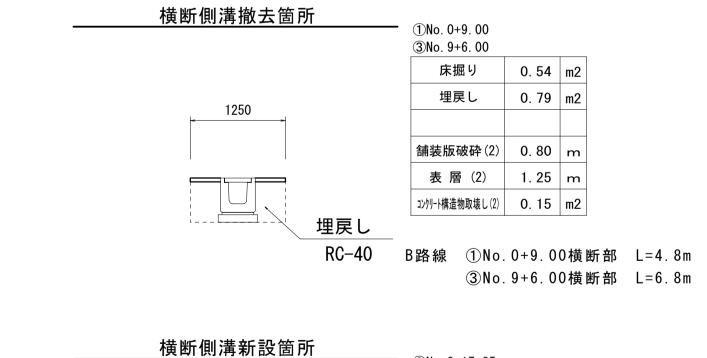

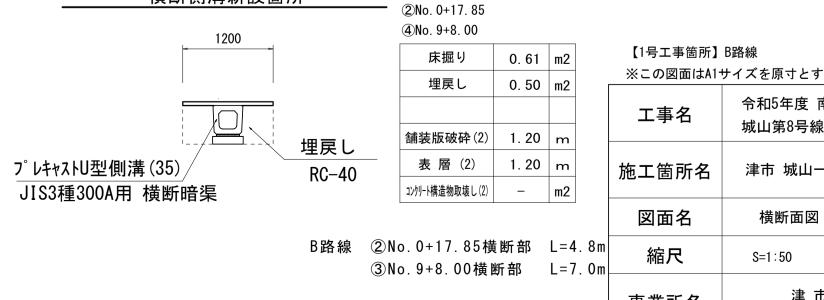


※この図面はA1サイズを原寸とする。 令和5年度 南道新補第2号 工事名 「およなる日はは」、よな対象のでは、まます。					
- 城山第8号線ほか 4 線道路改良工事					
- 施工箇所名 津市 城山一丁目及び城山二丁目 地内]				
図面名 横断面図					
4.8m 7.0m 縮尺 S=1:50 図面番号 4/10					
事業所名 津 市 建 設 部 津 南 工 事 事 務 所					

各種工法図(1/2)

S=1:20

__プレキャストU型側溝(13)

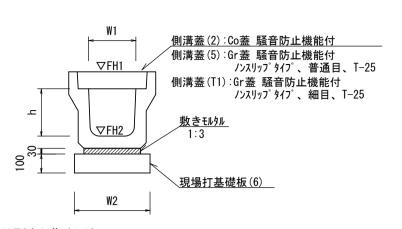


プレキャストU型側	溝(13)				10.0m当たり
名 称	規格	単 位	数	量	備考
4	,	中 位	(13)	(15)	NH , C
プレキャストU型側溝	3種	名称	300A	300C	リサイクル認定製品
ノ VイヤストU空1例1再	○ 作里	個	5. 00	5. 00	
敷モルタル	1:3	m3	0. 11	0. 10	
現場打基礎板(4)		枚	-	-	
現場打基礎板(6)		枚	5. 00	5. 00	
現場打基礎板(11)		枚	-	-	
基面整正		m2	4. 60	4. 60	
h		mm	300	500	
W1		mm	300	300	
W2		mm	460	460	
参考重量		kg	419	584	製品1個当り重量

※グレーチング蓋については、10mに1枚布設すること。

プレキャストU型側溝(35)

【横断暗渠・現場打基礎板】

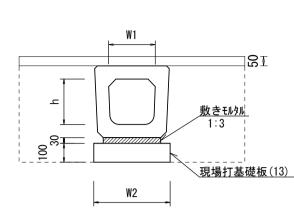


横断部		
床掘り	0. 48	m2
埋戻し	0. 25	m2
舗装版破砕(2)	1. 20	m
表 層 (2)	1. 20	m

コンクリート構造物取壊し(2) — **m2**


名 称	規格	単位		数 量				
ם ጥ	איני ום	中 位	(35)					———— 備考 ————————————————————————————————
つ。しょってしけ来げ伊心事	# 账 应 语	名称	300A					リサイクル認定製品
プレキャストU型側溝	横断暗渠	個	10.00					
敷モルタル	1:3	m3	0. 14					
現場打基礎板(9)		枚	-					
現場打基礎板(13)		枚	5. 00					
現場打基礎板(16)		枚	-					
基面整正		m2	5. 60					
h		mm	290					
W1		mm	300					
W2		mm	560					
参考重量		kg	241					製品 1 個当り重


プレキャストU型側溝(T1)

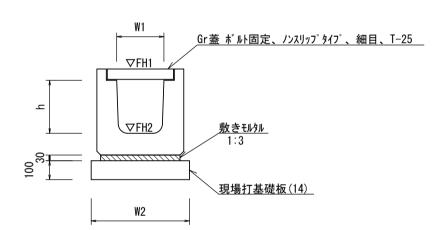

フ゜レキャストU型	』側溝(T1))			10.0m当たり
名 称	規格	単位	数	量	備考
4 柳	及 作	中位	(T1)		1/# 1/5
プレキャストU型側溝	横断用	名称	G300A		リサイクル認定製品
ノ VttXrU空頂海	一种的用	個	10.00		
敷モルタル	1:3	m3	0. 14		
現場打基礎板(10)		枚	-		
現場打基礎板(14)		枚	5. 00		
現場打基礎板(17)		枚	_		
基面整正		m2	5. 80		
h		mm	330		
W1		mm	300		
W2		mm	580		
参考重量		kg	388		製品1個当り重量


現場打基礎板(6)(12)(13)(14)

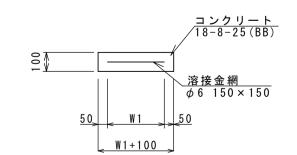

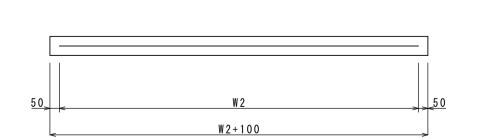


名 称	規格	単位			数	量		│ · 備 ≉	考
10 175	A元 1日	+ M	(6)	(12)	(13)	(14)		DH 7	1/# 1/5
現場打基礎板		枚	10.00	10.00	10.00	10.00			
コンクリート	18-8-25 (BB)	m 3	0. 92	1. 10	1. 12	1. 16			
同上型枠		m 2	3. 09	3. 23	3. 24	3. 27			
路盤紙	クラフト紙	m2	9. 20	11.00	11. 20	11. 60			
溶 接 金 網	φ 6 150*150	m 2	6. 84	8. 55	8. 74	9. 12			
W 1		m m	360	450	460	480			
W 2		m m	1900	1900	1900	1900			
参考重量		kg	216	259	263	273		1枚当り	重訂

舗装構成図

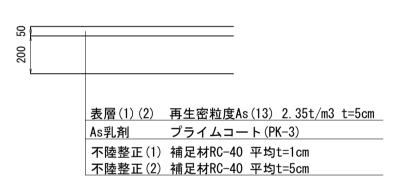


現場打基礎板(33)(34)(35)(36)(40)

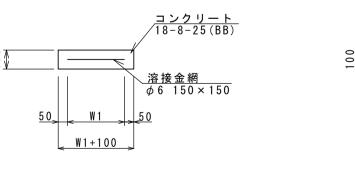

- Th-	+0 +47	ъ т		数	量			10.0	
名 称	規格	単位	(33)	(34)	(35)	(36)	(40)	備	考
現場打基礎板		枚	10.00	10.00	10.00	10.00	10.00		
コンクリート	18-8-25 (BB)	m 3	0. 36	0. 56	0. 38	0. 57	0. 84		
同上型枠		m 2	1. 62	2. 02	1. 67	2. 03	2. 48		
路盤紙	クラフト紙	m2	3. 60	5. 58	3. 84	5. 70	8. 38		
溶 接 金 網	φ6 150*150	m 2	2. 50	4. 15	2. 70	4. 26	6. 59		
W 1		m m	500	500	520	520	610		
W 2		m m	500	830	520	820	1080		
参考重量		kg	85	131	90	134	197	1 枚当	り重量

プレキャスト集水桝(45)(46)(T1)(T2)

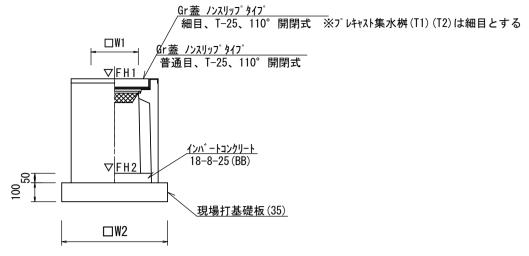


プレキャスト集水桝	(45) (46)	(T1)				10.0箇所当たり
名 称	規格	単位	数	量		備考
1	大大 竹子	中 位	(45)	(46)	(T1)	NH 75
プレキャスト集水桝		個	10.00	10.00	10.00	PU桝同等品以上
インハ゛ートコンクリート	18-8-25 (BB)	m 3	0.05	0.05	0.05	t = 50
現場打基礎板(31)		枚	-		_	
現場打基礎板(35)		枚	10.00	10.00	10.00	
現場打基礎板(41)		枚	-		_	
基面整正		m 2	3.84	3.84	3.84	
タイプ			300A	300B	300A	
W 1		m m	300	300	300	
W 2		m m	620	620	620	
参考重量		kg	164	187	164	製品1個当り重量

A H	+8 +47	## 1±	数	量	
名称	規格	単位	(T2)		1
プレキャスト集水桝		個	10.00		AS桝同等品
インハ゛ートコンクリート	18-8-25 (BB)	m 3	0.05		t=50
現場打基礎板(33)		枚	10.00		
現場打基礎板(38)		枚	-		
基 面 整 正		m 2	3.60		
タ イ プ			300*300*700		
W 1		m m	300		
W 2		m m	600		
参考重量		kg	221		製品 1 個当り

プレキャスト集水桝基	準高さ一覧	表	
測 点	桝天端高 ▽FH1	桝管底高 ▽FH2	備考
A路線左 No.0+15.8	FH1 = 18.55	FH2 = 18.00	(45)
No.0+17.6	FH1 = 18.52	FH2 = 17.97	(45)
No.1+11.9	FH1 = 18.44	FH2 = 17.89	(45)
No.1+13.7	FH1 = 18. 42	FH2 = 17.87	(45)
No. 2+8. 4	FH1 = 18.35	FH2 = 17.80	(45)
No. 2+10. 2	FH1 = 18.34	FH2 = 17.79	(45)
No. 4+9. 1	FH1 = 18. 22	FH2 = 17.67	(45)
No.4+10.9	FH1 = 18. 22	FH2 = 17.82	(45)
No.5+11.1	FH1 = 18.05	FH2 = 17.50	(45)
No.5+12.9	FH1 = 18.03	FH2 = 17.48	(45)
A路線右 No. 4+0.6	FH1 = 18. 27	FH2 = 17.72	(T1)
No.6+11.7	FH1 = 17.32	FH2 = 16.77	(T1)

測点		桝 天 端 高 ▽ F H 1		桝 管 底 高 ▽ F H 2		備	考
B路線左	No.0+18.20	FH1 =	18. 76	FH2 =	18. 11	(46)	
B路線右	No.8+0.50	FH1 =	18. 67	FH2 =	17. 96	(T2)	
	No.10+16.00	FH1 =	18. 78	FH2 =	18. 23	(45)	
	No.10+18.80	FH1 =	18. 79	FH2 =	18. 24	(45)	
	No.12+0.5	FH1 =	18. 86	FH2 =	18. 31	(45)	

プレキャスト集水桝(73)(74)(80)(T3)(T4)

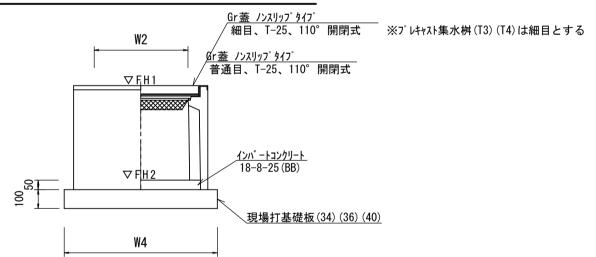

	W4					
プレキャスト集水桝	(T3)	·				10.0箇所当
名称	±B ±47	出 14		数	量	備考
	規 格	単位	(T3)			1/# 45
プレキャスト集水桝		個	10.00			PU桝同等品以上
インハ゛ートコンクリート	18-8-25 (BB)	m 3	0.09			t=50
現場打基礎板(32)		枚	_			
現場打基礎板(36)		枚	10.00			
現場打基礎板(42)		枚	-			
基面整正		m 2	5.70			
タイプ			300 × 600C			
W 3		m m	620			
W 4		m m	920			
W 1		m m	300			
W 2		m m	600			
参考重量		k g	262			製品1個当り重量
	•		-			


A H	76 15 16 17			数	量		10.0箇所当
名 称	規 格	単位	(73)	(74)	(80)	(T4)	備 考
プレキャスト集水桝		個	10.00	10.00	10.00	10.00	AS桝同等品以上
インハ゛ートコンクリート	18-8-25 (BB)	m 3	0.09	0.09	0.16	0.09	t=50
現場打基礎板(34)		枚	10.00	10.00	ı	10.00	
現場打基礎板(39)		枚	-	_	1	1	
現場打基礎板(40)		枚	1	_	10.00	1	
基面整正		m 2	5.58	5.58	8.38	5.58	
タ イ プ			300*600*700	300*600*800	400*800*600	300*600*800	
W 3		m m	600	600	710	600	
W 4		m m	930	930	1180	930	
W 1		m m	300	300	400	300	
W 2		m m	600	600	800	600	
参考重量		kg	276	304	410	304	製品1個当り重量

測	点		端高 H1	l	底高 H2	備 考
A路線左	No.6+12.7	FH1 =	17. 32	FH2 =	16. 70	(80)
A路線右	No.0+2.8	FH1 =	18. 66	FH2 =	17. 85	(T4)
	No.0+5.3	FH1 =	18. 65	FH2 =	17. 90	(T3)
B路線右	No.0+5.00	FH1 =	18. 80	FH2 =	18. 09	(74)
	No.0+17.85	FH1 =	18. 76	FH2 =	18. 15	(73)


【1号工事箇所】A路線・B路線

※この図面はA1 ・	図面はA1サイズを原寸とする。					
工事名	令和5年度 南道新補第2号 城山第8号線ほか4線道路改良工事					
施工箇所名	津市 城山一丁目及び城山二丁目 地内					
図面名	各種工法図	各種工法図(1/2)				
縮尺	S=1:20	図面番号	5/10			
事業所名		建 設 部 工 事 事 和	务 所			

各種工法図(2/2) S=図示

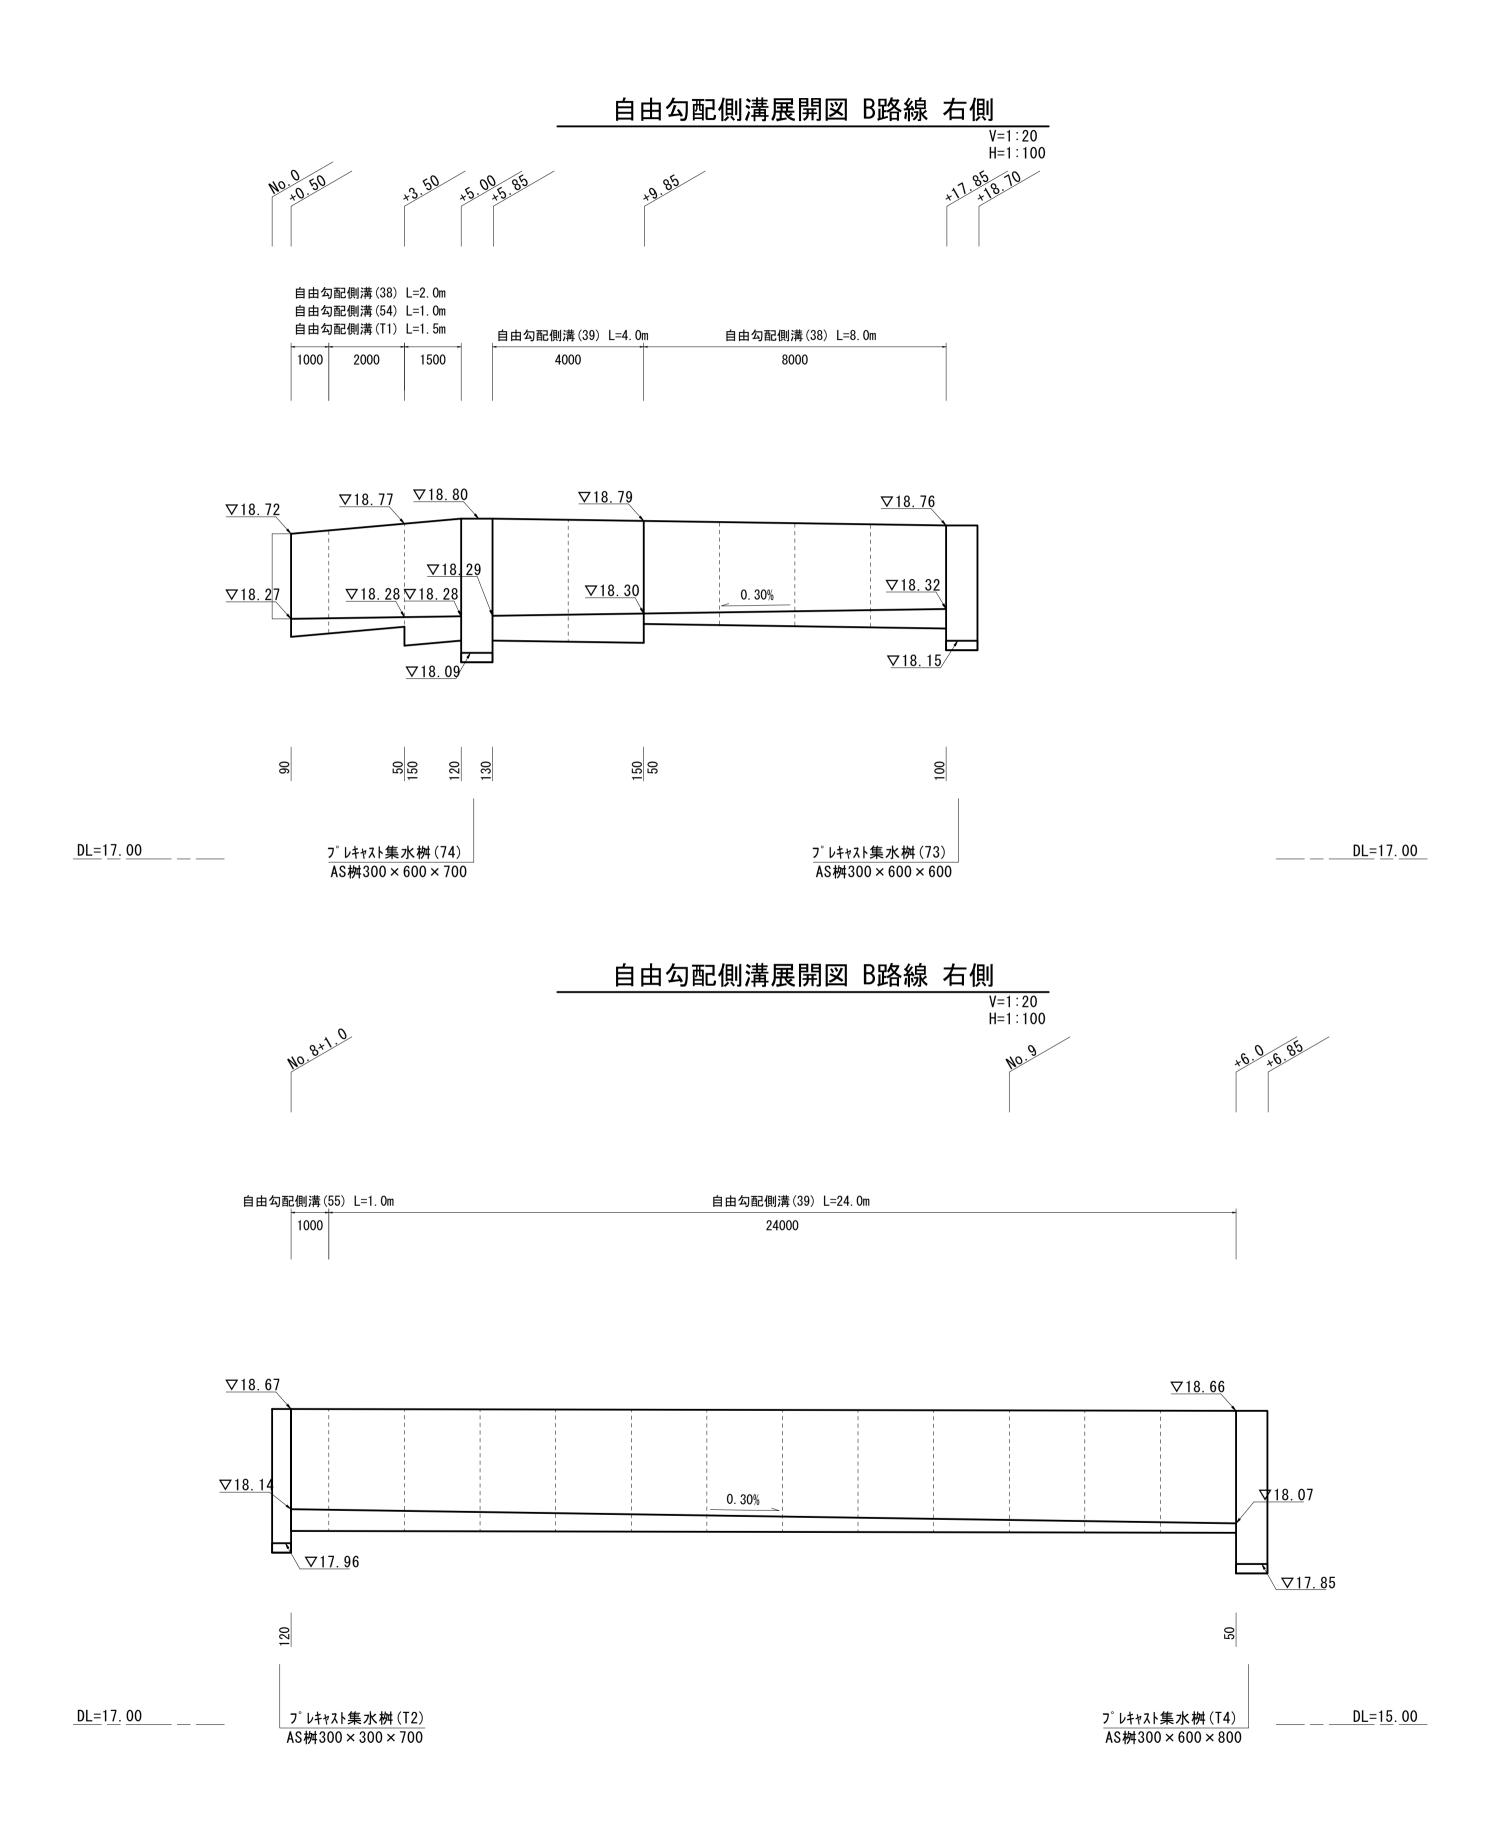


自由勾配側溝(38)(39)(54)(55)(T1) 【縦断用・現場打基礎板】 S=1:20

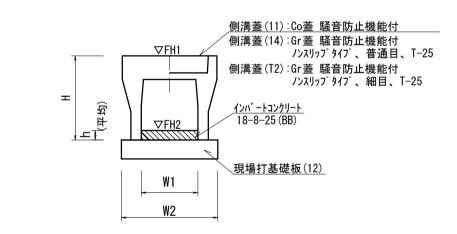


<i>₽</i> ¥+	+8 +4	34 /T		数	<u> </u>	를		/## -# z
名 称	規格	単 位	(38)	(39)	(54)	(55)	(T1)	
白中有两侧进	+悪 淮 田	名称	300 × 400	300 × 500	300 × 400	300 × 500	300 × 500	リサイクル認定製品
自由勾配側溝	標準用	個	5.00	5.00	10.00	10.00	6.67	
インハ゛ートコンクリート	18-8-25 (BB)	m 3	0.22	0.28	0.26	0.34	0.38	
現場打基礎板(7)		枚	_	-	_	_	-	
現場打基礎板(12)		枚	5.00	5.00	5.00	5.00	5.00	
現場打基礎板(16)		枚	-	-	-	-	-	
基面整正		m 2	5.50	5.50	5.50	5.50	5.50	
Н		m m	545	645	545	645	5 4 5	
h		m m	73	9 4	88	114	125	
W 1		m m	300	300	300	300	300	
W 2		m m	550	550	550	550	550	
参考重量		kg	399	450	200	225	364	製品1個当り重量

【1号工事箇所】A路線・B路線 ※この図面はA1サイズを頂立とす

※この図面はA1サイズを原寸とする。						
工事名	令和5年度 南道新補第2号 城山第8号線ほか4線道路改良工事					
施工箇所名	津市 城山一丁目及び城山二丁目 地内					
図面名	各種工法図	各種工法図(2/2)				
縮尺	図示	図面番号	6/10			
事業所名	津市建設部津南工事事務所					

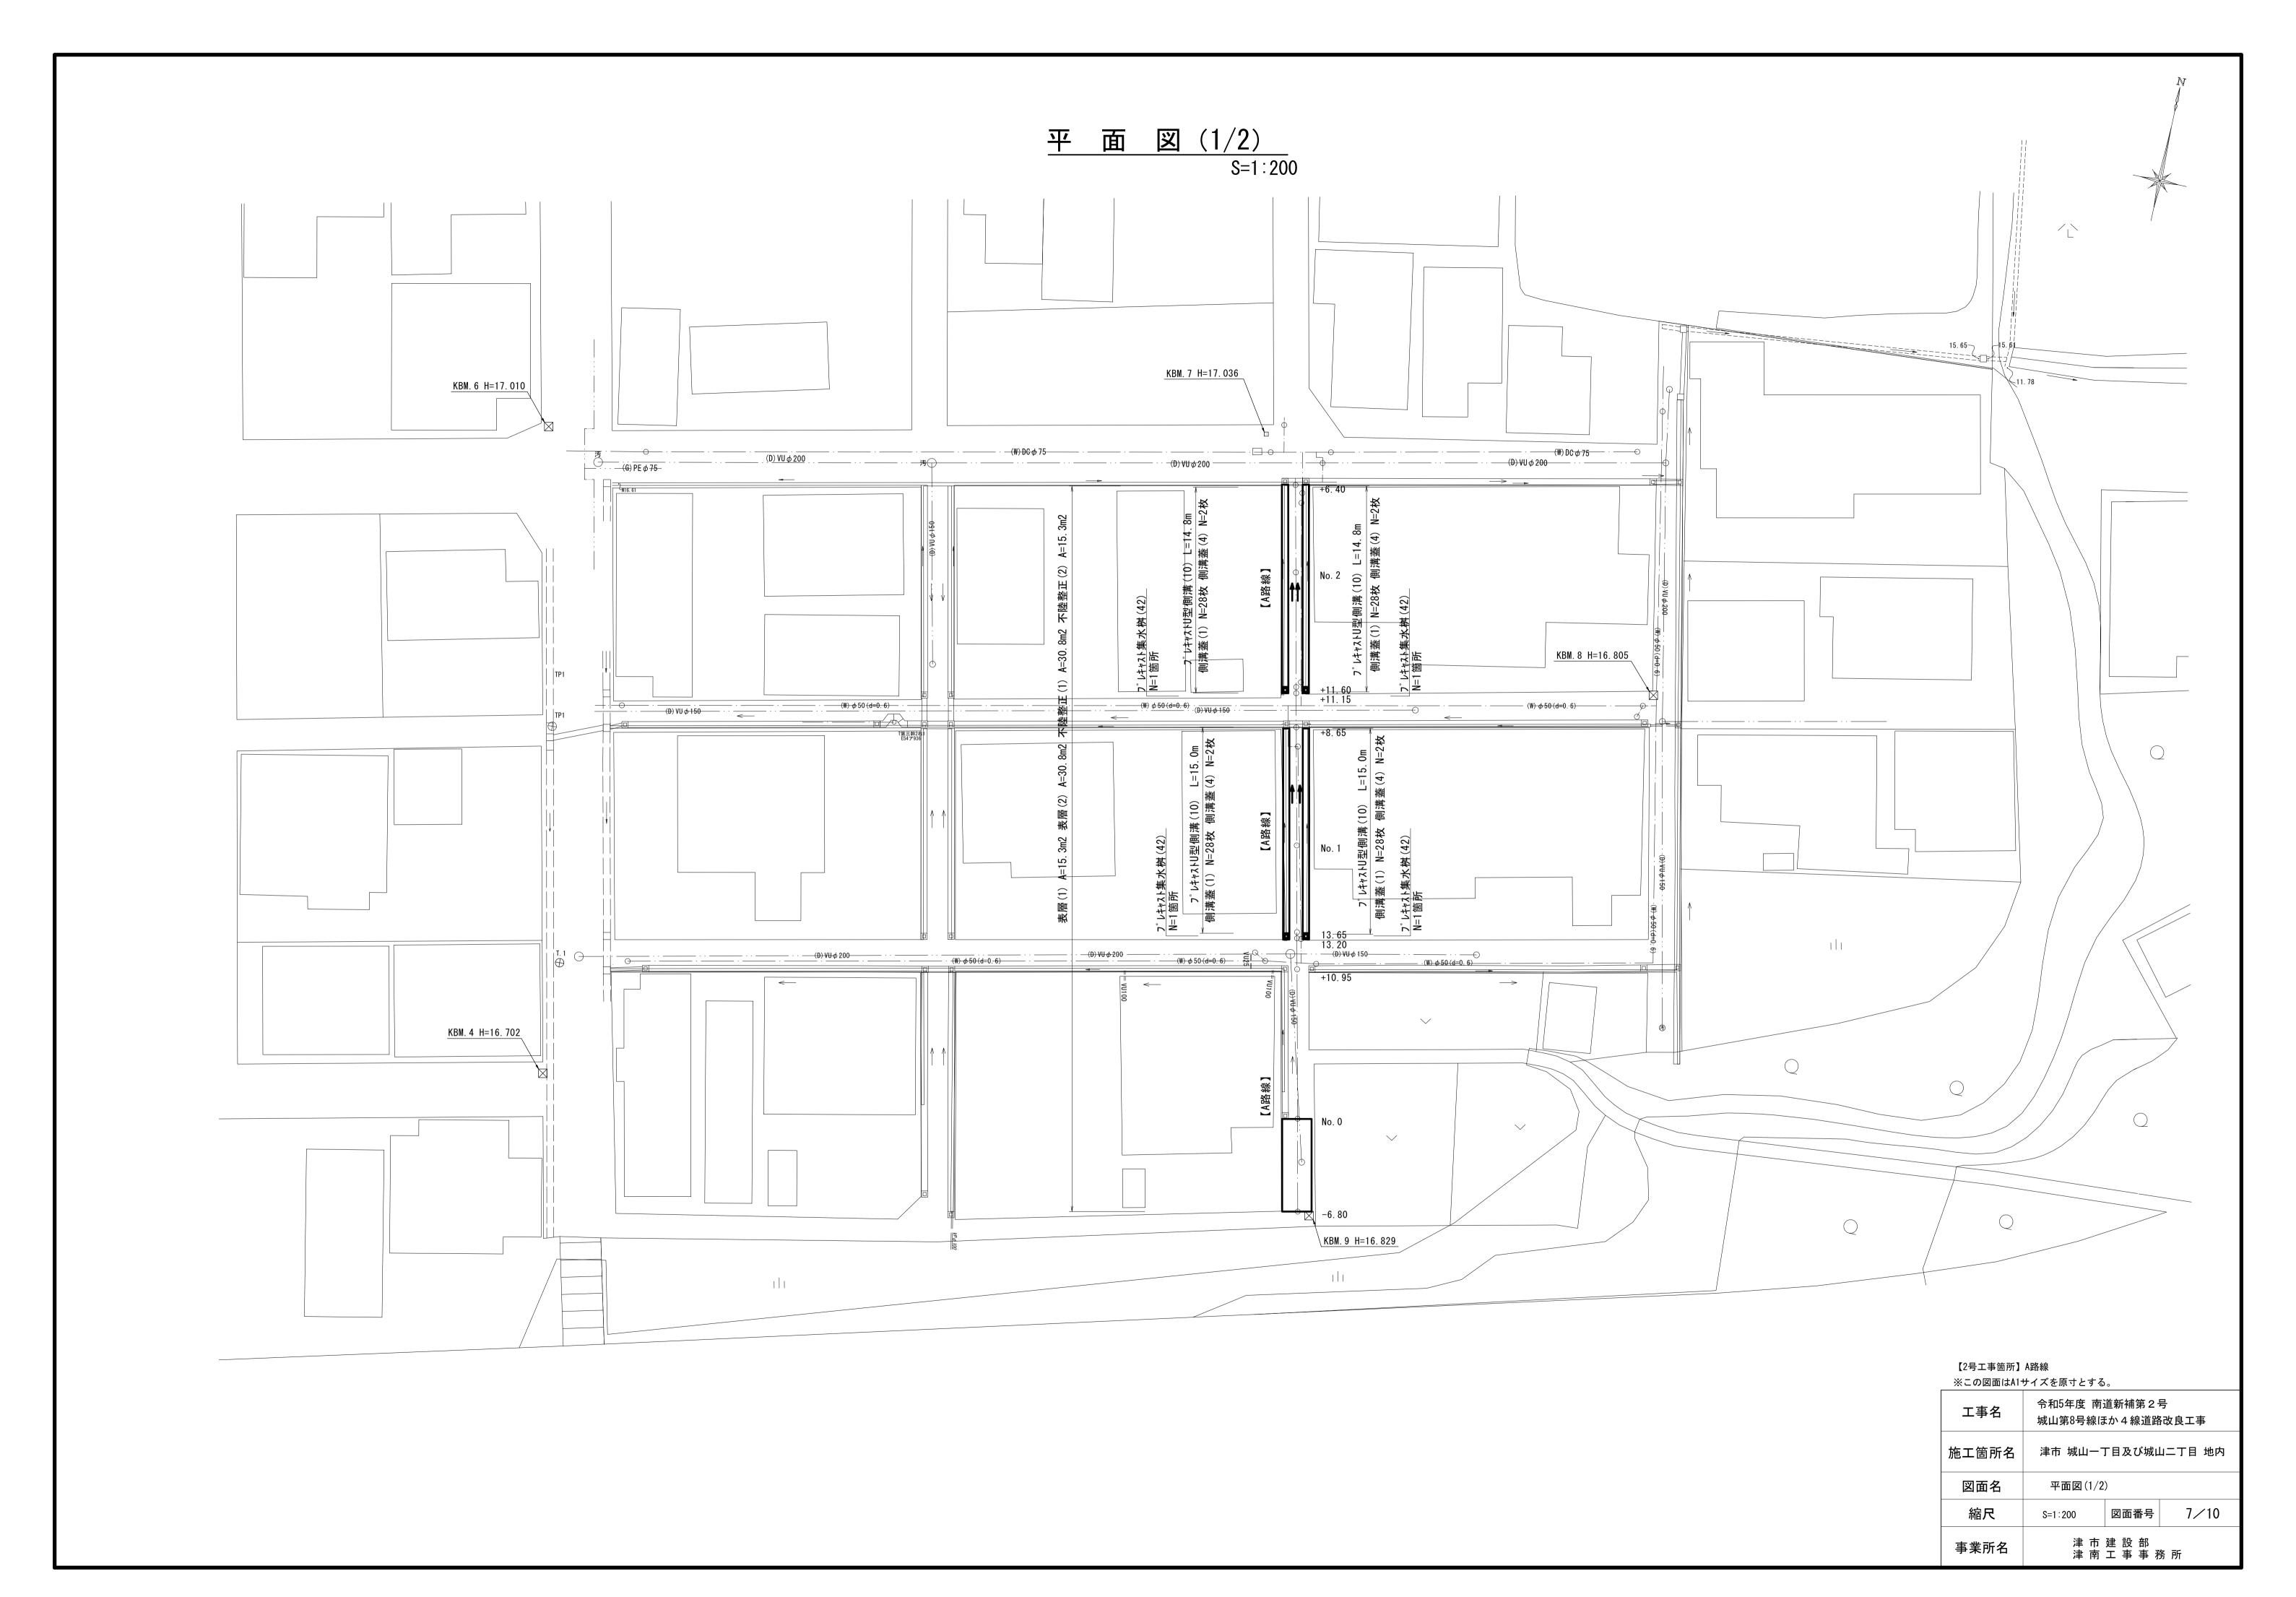


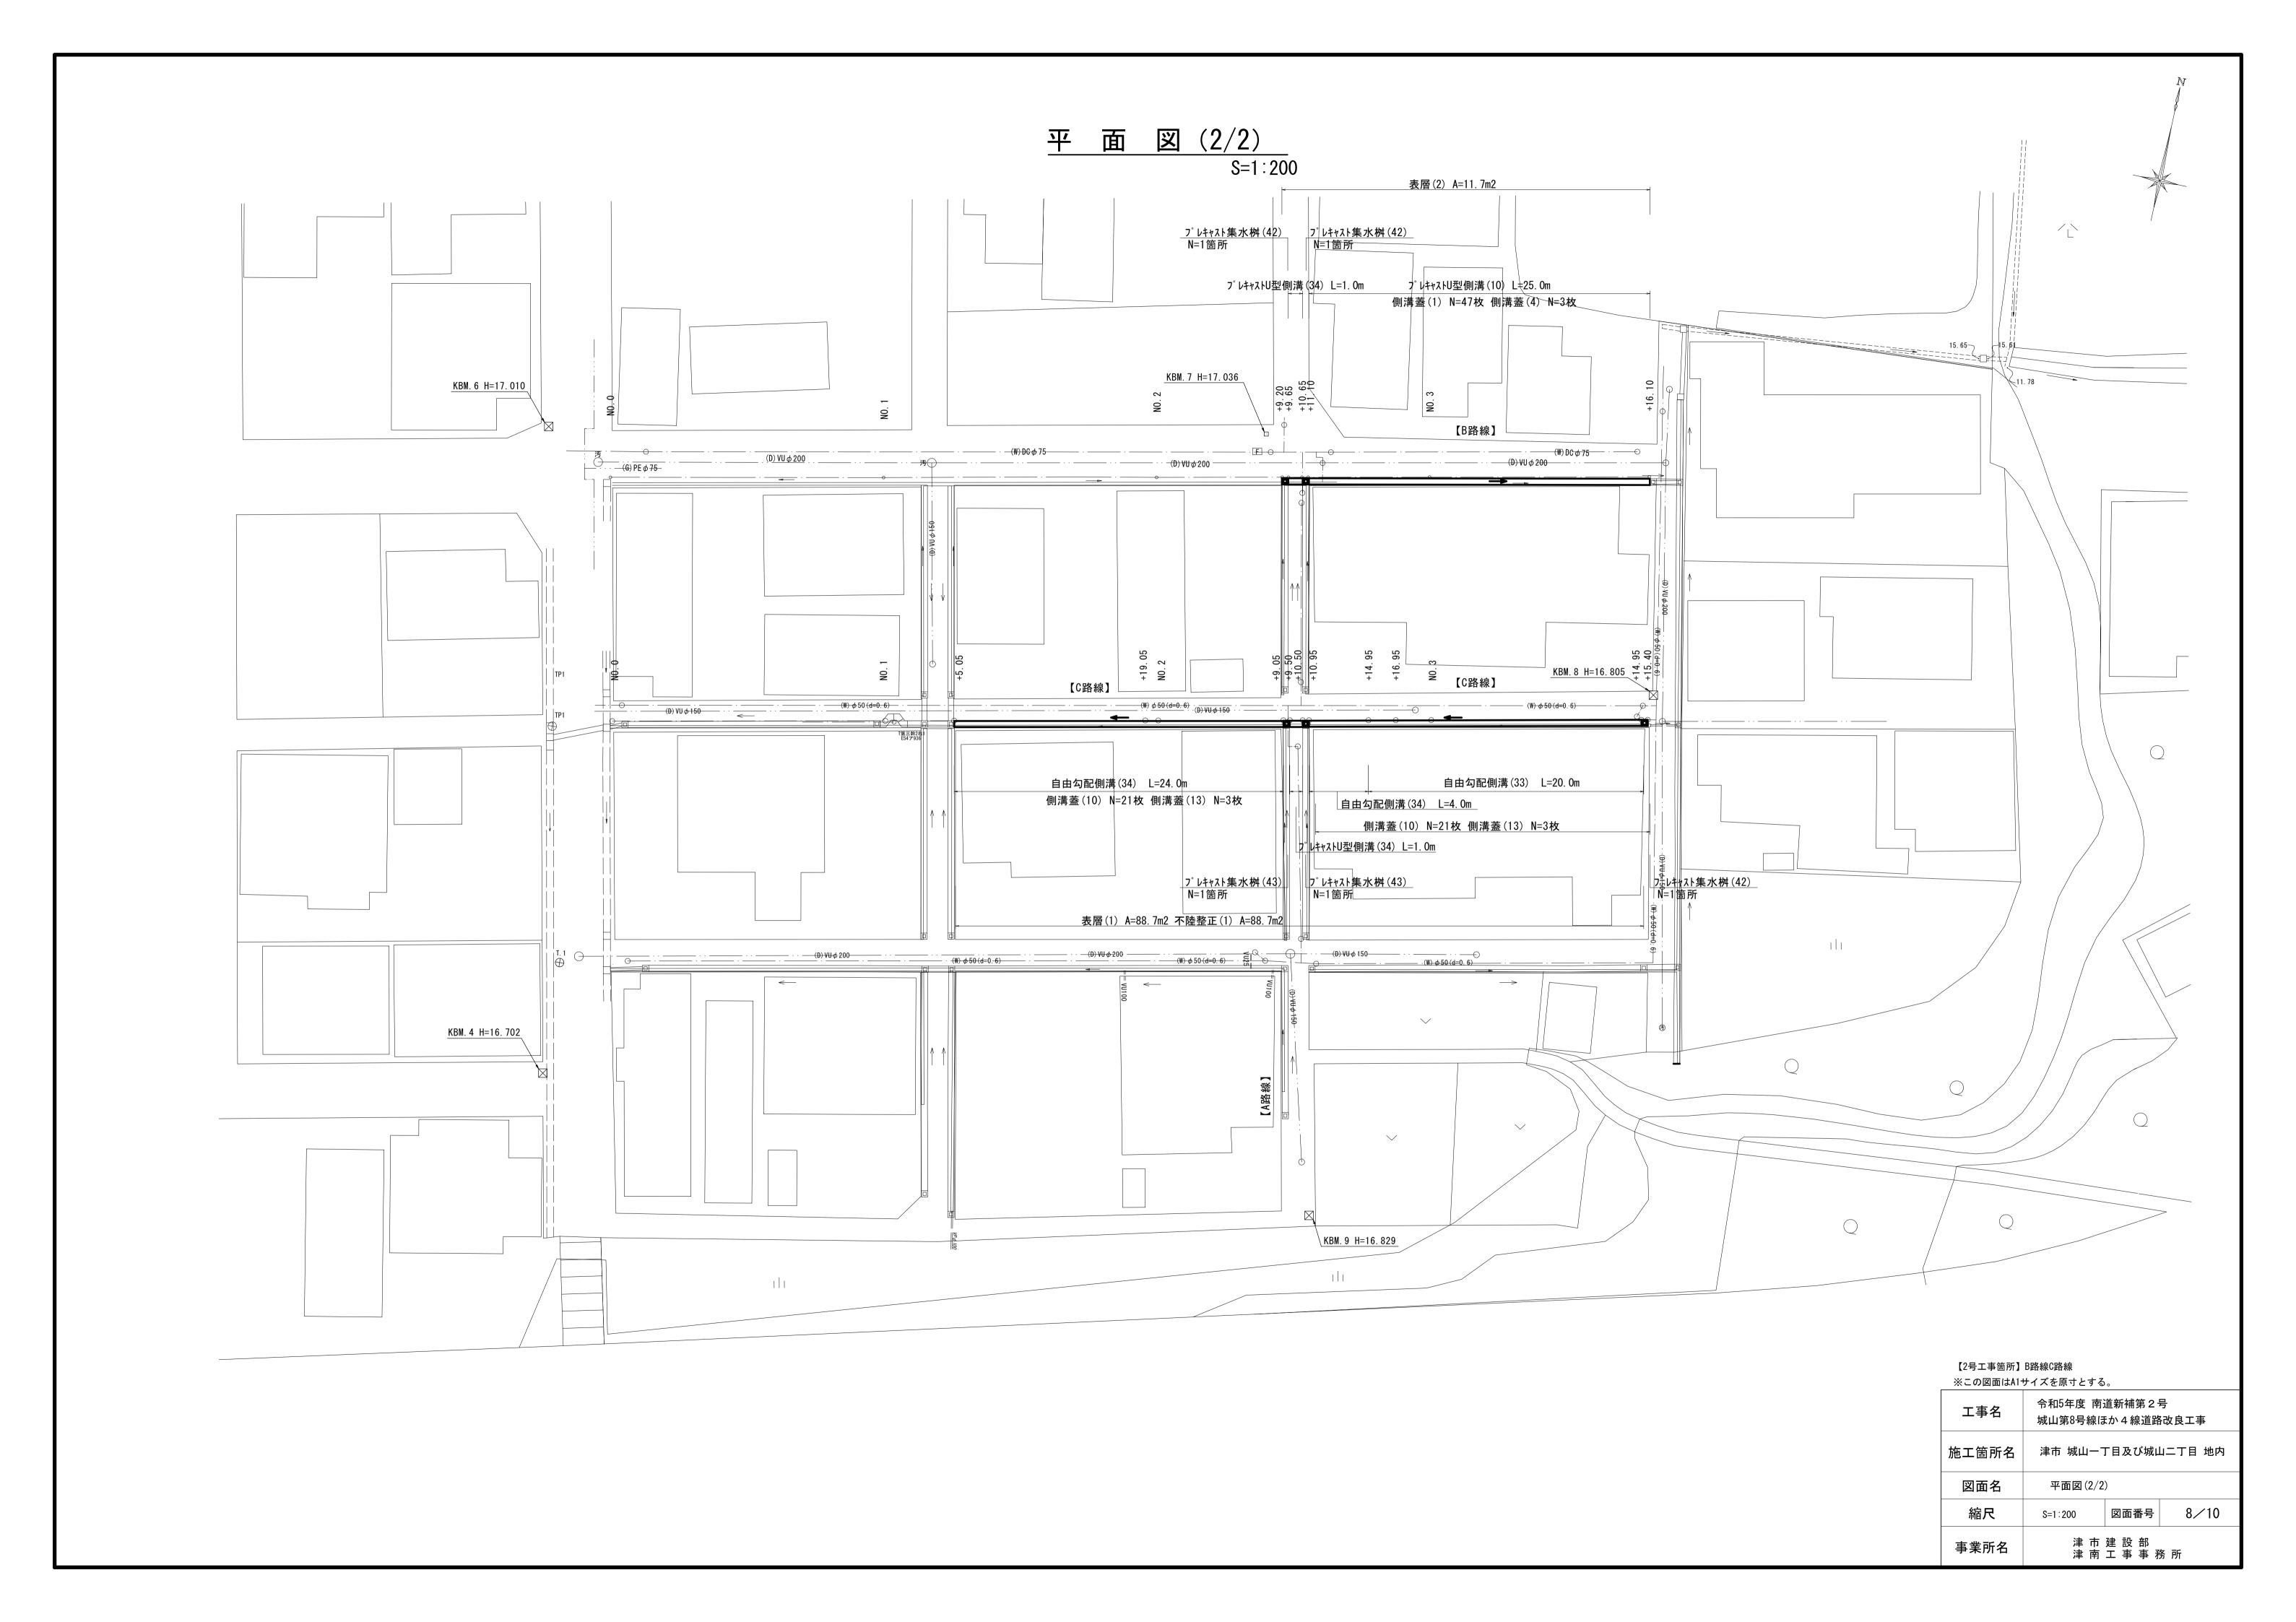


横断面図


S=1:50


C路線 No. 2+14. 95(同所)~No. 3+15. 40

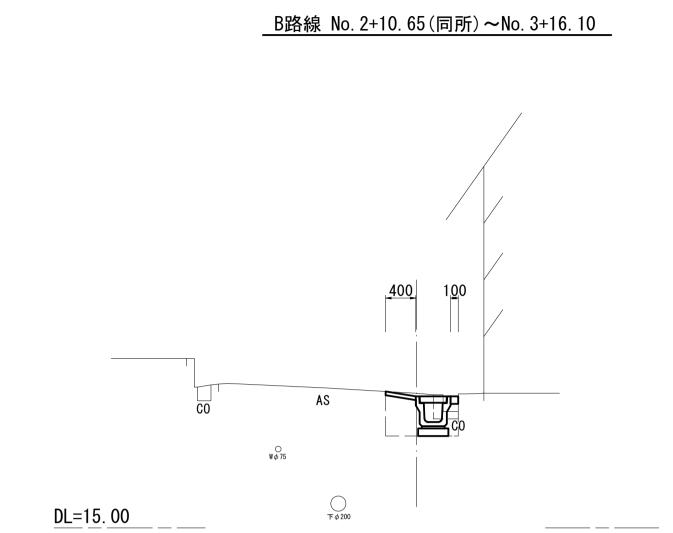

No. 2+10. 65(同页	沂) ~N o. 3	+16. [*]	1
掘り	_	m2	
床掘り(1)	0. 30	m2	
床掘り(2)	_	m2	
埋戻し(1)	0. 22	m2	
埋戻し(2)	_	m2	
舗装版破砕	0. 55	m	
不陸整正(1)	_	m	
不陸整正(2)	-	m	
路盤	_	m	
表 層 (1)	-	m	
表層(2)	0. 40	m	
コンクリート構造物取壊し(1)	0. 01	m2	
コンクリート構造物取壊し(2)	_	m2	
間詰コンクリート	0. 10	m	

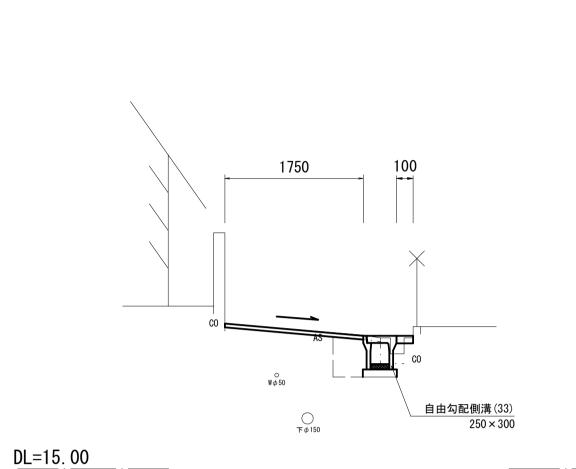

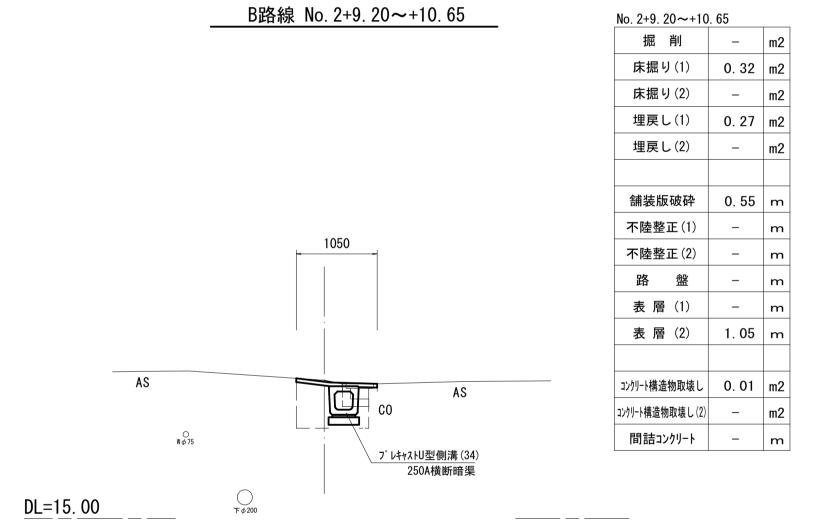

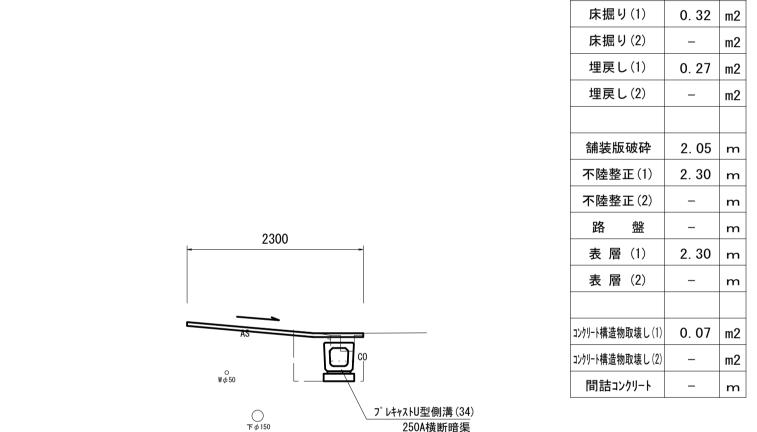

C路線 No. 2+9. 50(同所)~No. 2+10. 50

DL=15.00

DL=15.00

	No. 0+13. 65	No. 1	No. 1+8. 65	No. 1+11. 60	No. 2	No. 2+6. 40
FH1	16. 85	16. 82	16. 78	16. 86	16. 81	16. 78
FH2	16. 50	16. 47	16. 43	16. 51	16. 46	16. 43

No. 3 No. 3+16. 10

16. 74 16. 66

16. 39 16. 31

		表 層 (2)	_	m	FH2	16. 50	
AS		コンクリート構造物取壊し(1)	0. 07	m2	【B路線】		
	[™]	コンクリート構造物取壊し(2)	_	m2		No. 2+11. 10	
∇ ₩ φ 50		間詰コンクリート	_	m	FH1	16. 78	ľ
0	7° レキャストU型側溝 (34)				FH2	16. 43	

No. 2+14. 95 (同所) ~No. 3+15. 40

床掘り(1) 0.39 m2 床掘り(2) - m2 埋戻し(1) 0.23 m2

舗装版破砕 2.05 m

コンクリート構造物取壊し(1) O. O7 m2

コンクリート構造物取壊し(2) — **m2** 間詰コンクリート 0.10 m

No. 2+9. 50(同所)~No. 2+10. 50

1. 75 m

- m
- m
1. 75 m

埋戻し(2)

不陸整正(1)

不陸整正(2) 路 盤


表 層 (1)

表層(2)

A路線	
2250	
1000	1 <u>0</u> 0
W φ 50 (移設予定)	

DL=15.00

No. 1+11. 15∼No.	2+6. 40		No0. −6. 8~No. 0		
掘削	_	m2	掘削	_	m2
床掘り(1)	_	m2	床掘り(1)	_	m2
床掘り(2)	0. 60	m2	床掘り(2)	_	m2
埋戻し(1)	_	m2	埋戻し(1)	_	m2
埋戻し(2)	0. 44	m2	埋戻し(2)	_	m2
舗装版破砕	1. 45	m	舗装版破砕	2. 25	m
不陸整正(1)	1. 00	m	不陸整正(1)	_	m
不陸整正(2)	_	m	不陸整正(2)	2. 25	m
路盤	_	m	路盤	_	m
表 層 (1)	_	m	表 層(1)	2. 25	m
表 層 (2)	1. 00	m	表 層 (2)	_	m
コンクリート構造物取壊し(1)	_	m2	コンクリート構造物取壊し(1)	_	m2
コンクリート構造物取壊し(2)	0. 02	m2	コンクリート構造物取壊し(2)	_	m2
間詰コンクリート	0. 20	m	間詰コンクリート	_	m

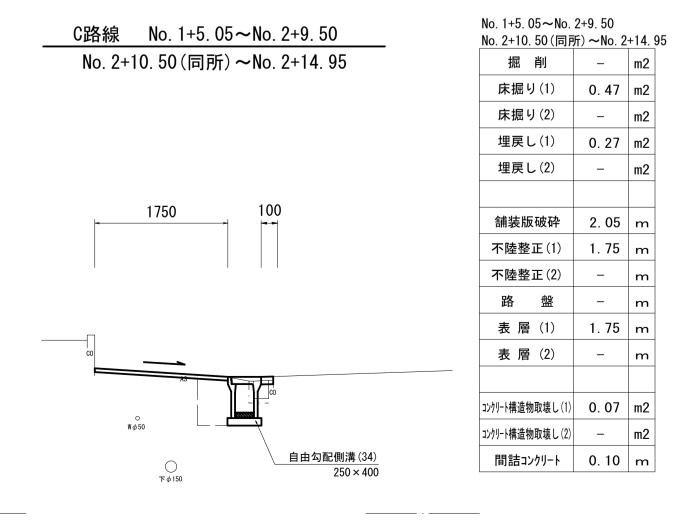



【2号工事箇所】	A路線·B路線·C路線

※この図面はA1サイズを原寸とする。					
工事名	令和5年度 南道新補第2号 城山第8号線ほか4線道路改良工事				
施工箇所名	津市 城山一丁目及び城山二丁目 地内				
図面名	横断面図				
縮尺	S=1:50 図面番号 9/10				
事業所名		建 設 部 工 事 事 矛	务 所		


各種工法図

S=図示

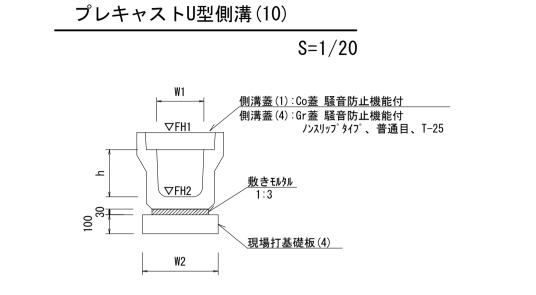

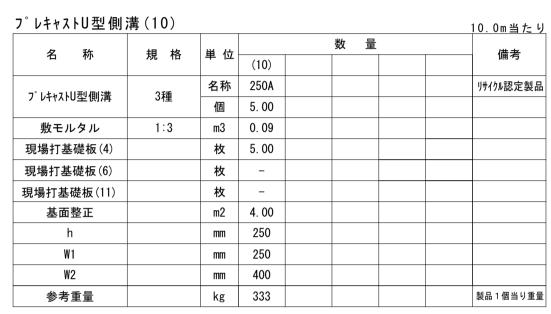

※グレーチング蓋については、10mに1枚布設すること。

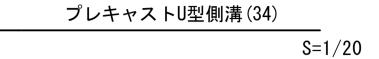

W2

1:3 m3 0.12

個 10.00

枚 5.00

枚 -

枚 -

m2 5. 10

mm 240

mm 250

mm 510

kg 207

横断暗渠

プレキャストU型側溝(34)

名 称

プレキャストU型側溝

敷モルタル

現場打基礎板(9)

現場打基礎板(13)

現場打基礎板(16)

基面整正

W1

W2

参考重量


、現場打基礎板(9)


10.0m当たり

リサイクル認定製品

製品 1 個当り重量

_現場打基礎板(4)(7)(9)(31)

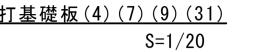

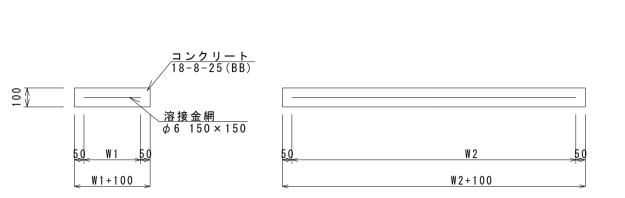

現場打基礎板(4	1) (7) (9)	(31)					10 0 th W I
				数	量		10.0枚当り
名 称	規 格	単位	(4)	(7)	(9)	(31)	· 備 考
現場打基礎板		枚	10.00	10.00	10.00	10.00	
コンクリート	18-8-25 (BB)	m 3	0. 80	0. 94	1. 02	0. 31	
同上型枠		m 2	3. 00	3. 11	3. 17	1. 51	
路盤紙	クラフト紙	m2	8. 00	9. 40	10. 20	3. 14	
溶接金網	φ6 150*150	m 2	5. 70	7. 03	7. 79	2. 12	
W 1		m m	300	370	410	460	
W 2		m m	1900	1900	1900	460	
参考重量		k g	188	221	240	74	1枚当り重量



現場打基礎板(31)

プレキャスト集水桝(42)(43)

<u>プレキャスト集水桝</u>	$(42) \sim (4)$	(3)				10.0箇所当たり
名 称	規格	単位	数量		量	│ · 備 考
一	,	中 四	(42)	(43))#II 75
プレキャスト集水桝		個	10.00	10.00		PU桝同等品以上
インハ゛ートコンクリート	18-8-25 (BB)	m 3	0.03	0.03		t=50
現場打基礎板(31)		枚	10.00	10.00		
現場打基礎板(35)		枚	-	-		
現場打基礎板(41)		枚	-	-		
基 面 整 正		m 2	3.14	3.14		
タイプ			250A	250B		
W 1		m m	250	250		
W 2		m m	560	560		
参考重量		kg	130	161		製品1個当り重量

□W2

S=1/20


舗装構成図


表層(1)(2) 再生密粒度As(13) 2.35t/m3 t=5cm As乳剤 プライムコート(PK-3) 不陸整正(1) 補足材なし 不陸整正(2) 補足材平均t=2cm RC-40

測 点	天端高さ ▽FH1	桝底高さ ▽FH2	備	考
No.0+13.20(左)	FH1 = 16. 850	FH2 = 16.350	(42)	
No.0+13.20(右)	FH1 = 16.850	FH2 = 16.350	(42)	
No.1+11.60(左)	FH1 = 16.860	FH2 = 16.360	(42)	
No.1+11.60(右)	FH1 = 16.860	FH2 = 16. 360	(42)	


プレキャスト集水桝	B路線		
測 点	天端高さ ▽FH1	桝底高さ ▽FH2	備 考
No.2+9.20	FH1 = 16. 780	FH2 = 16. 280	(42)
No.2+10.65	FH1 = 16. 780	FH2 = 16. 280	(42)

プレキャスト集水桝	基準高さ	一覧表	C路線
測. 点	天端高さ ▽FH1	桝底高さ ▽FH2	備 考
No. 2+9.05	FH1 = 16. 78	FH2 = 16. 13	(43)
No. 2+10.50	FH1 = 16. 78	FH2 = 16. 13	(43)
No.3+14.95	FH1 = 16. 79	FH2 = 16. 29	(42)

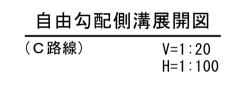

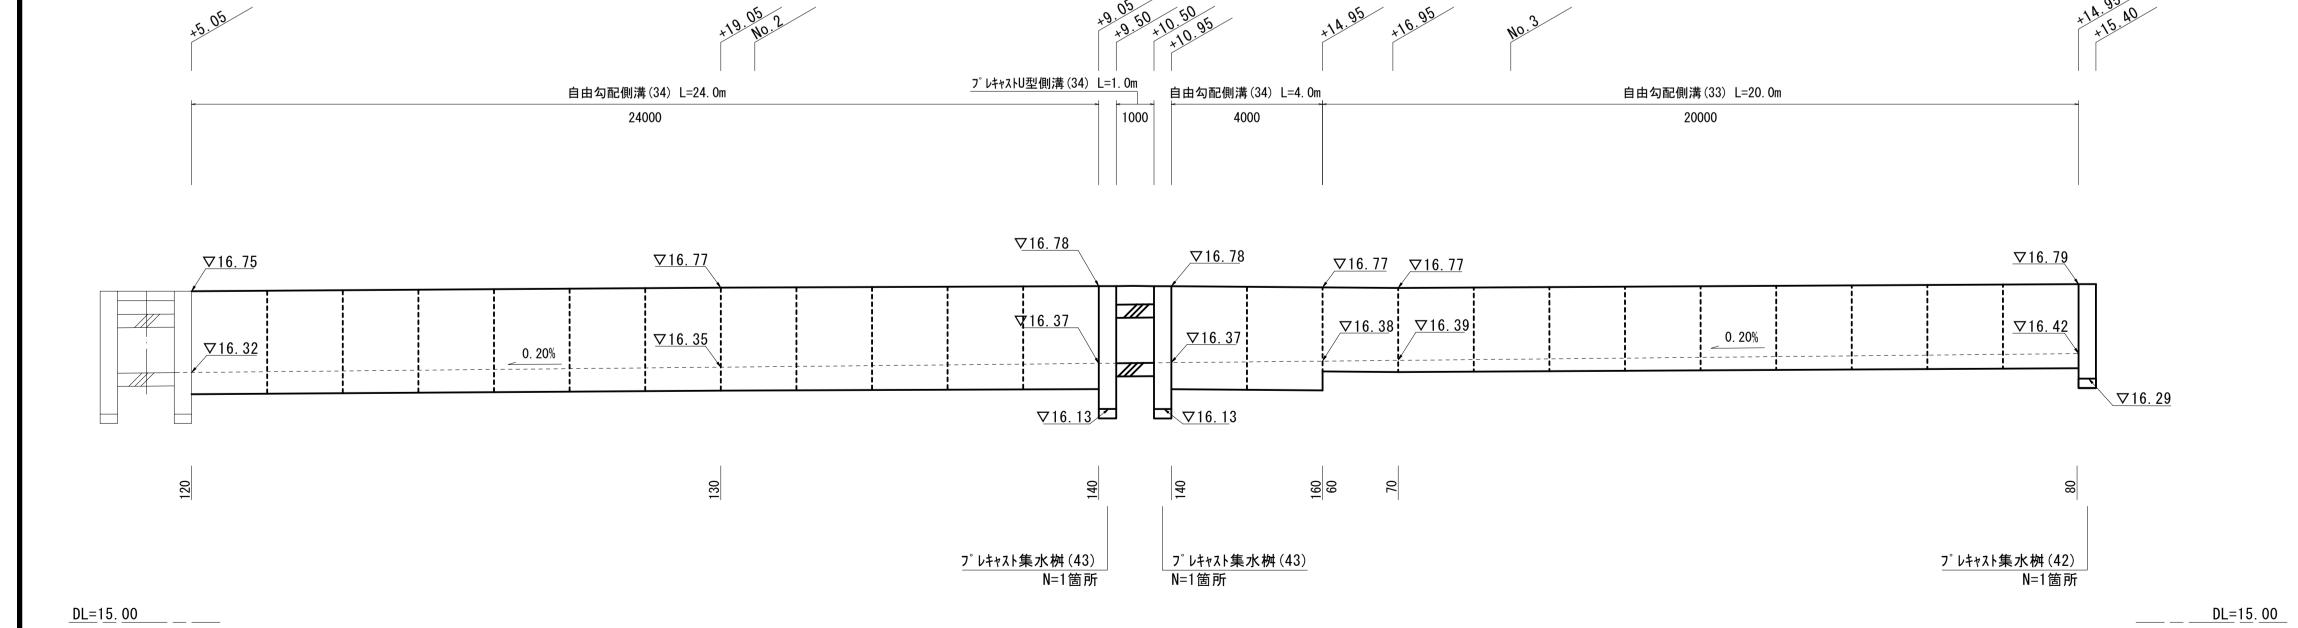

_____自由勾配側溝(33)(34) S=1/20

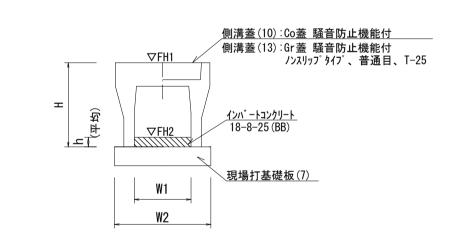

D Th	+0 +4	** 1		数	量	/#
名 称	規格	単位	(33)	(34)		備
白中有职侧进	描维田	名称	250 × 300	250 × 400		リサイクル部
自由勾配側溝	標準用	個	5.00	5.00		
インハ゛ートコンクリート	18-8-25 (BB)	m 3	0.19	0.33		
現場打基礎板(7)		枚	5.00	5.00		
現場打基礎板(12)		枚	-	_		
現場打基礎板(16)		枚	-	_		
基面整正		m 2	4.70	4.70		
Н		m m	445	545		
h		m m	74	132		
W 1		m m	250	250		
W 2		m m	470	470		
参考重量		kg	301	347		製品 1

【2号工事箇所】A路線・B路線・C路線 ※この図面はA1サイズを原寸とする。

	次との区間はMプイスをかりとする。					
工具	事名	令和5年度 南道新補第2号 城山第8号線ほか4線道路改良工事				
施工領		津市 城山一丁目及び城山二丁目 地内				
図面	面名	各種工法図				
縮	尺	S=図示	図面番号	10/10		
事業	所名	津市建設部津南工事事務所				