



## 施設整備詳細図

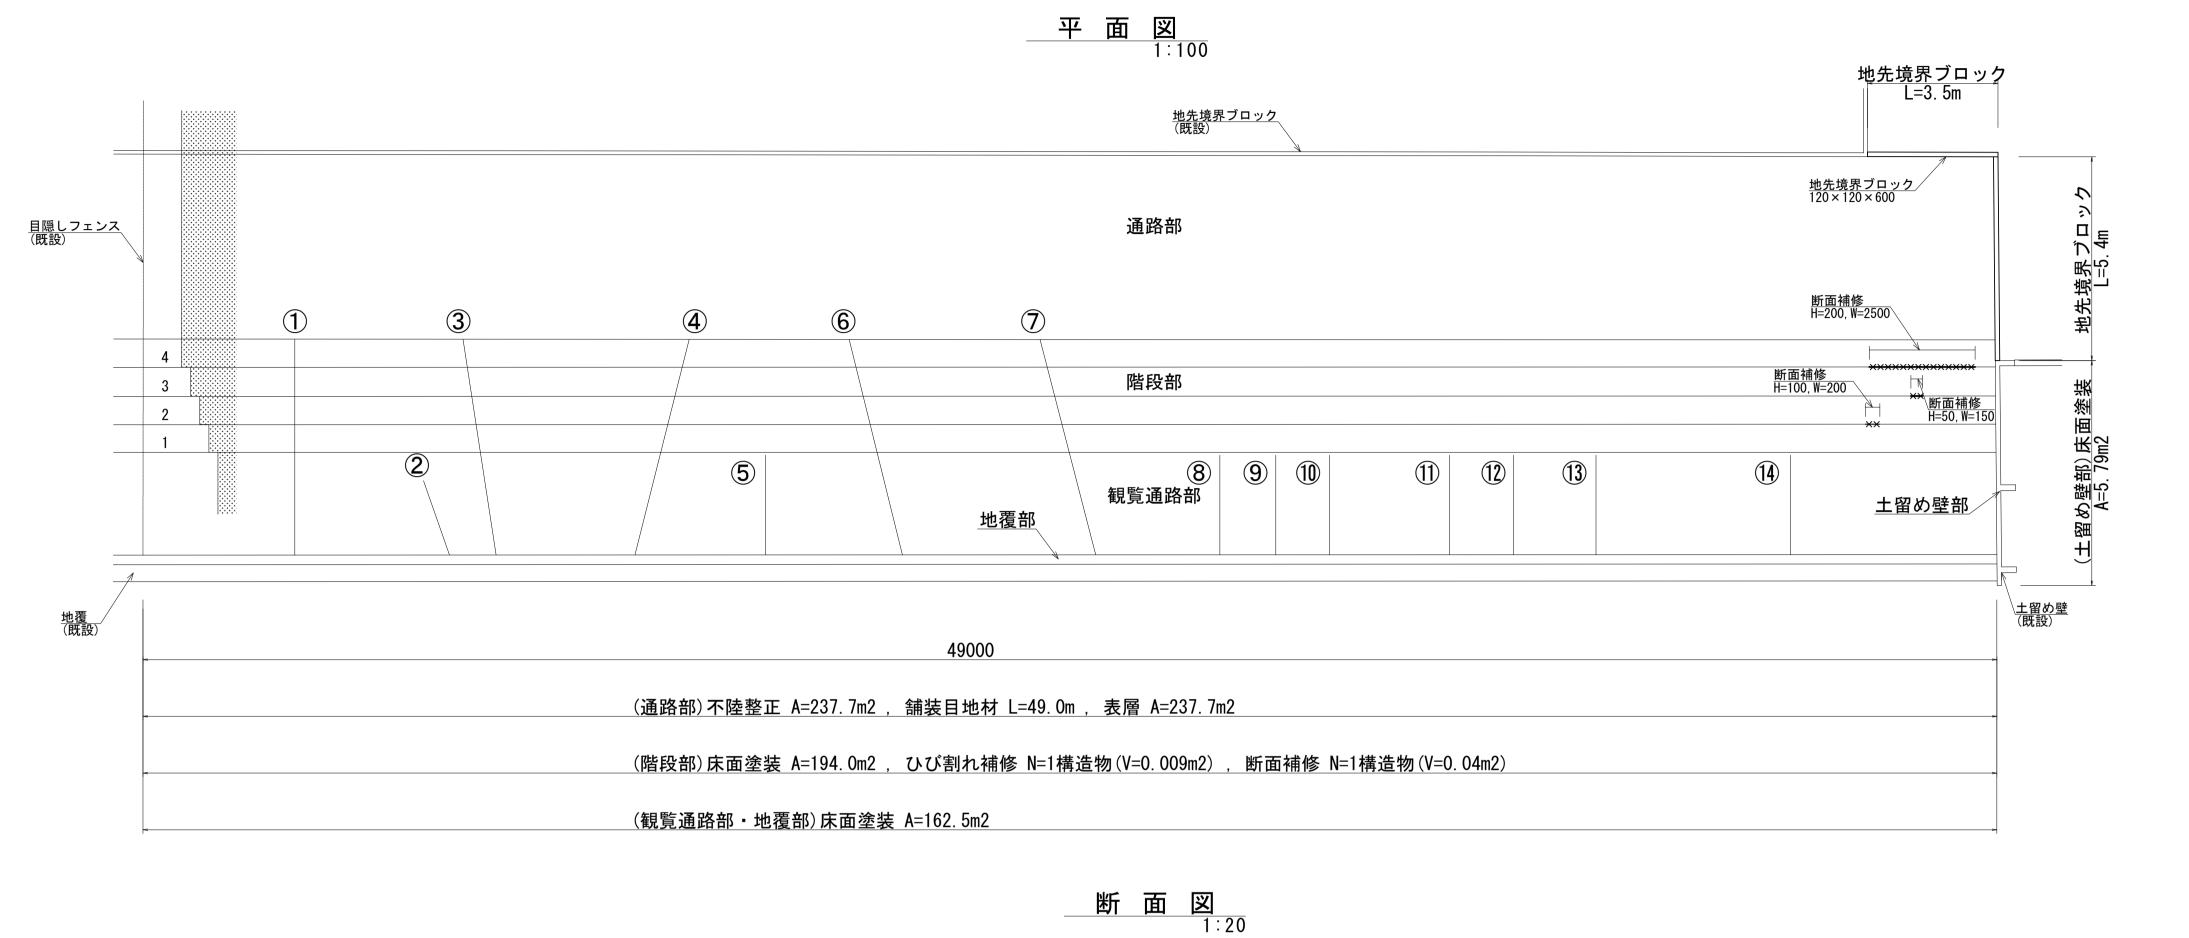


#### アレススショリわリスト・図示のアレスショリわ部を補修する

している	ひひ割れリスト:凶示のひひ割れ部を補修する						
番号	ひび割れの長さ	ひび割れの幅	備考				
1	6, 700mm	5mm	長さは立上り部を含む				
2	2, 200mm	5mm					
3	6, 900mm	5mm	長さは立上り部を含む				
4	7,000mm	5mm	長さは立上り部を含む				
5	2,800mm	6mm					
6	7, 300mm	9mm	長さは立上り部を含む				
7	7,000mm	5mm	長さは立上り部を含む				
8	3,000mm	2mm					
9	3,000mm	2mm					
10	3,000mm	3mm					
11)	3,000mm	3mm					
12	3,000mm	2mm					
13	3,000mm	3mm					
14)	3,000mm	3mm					
計	60. 9m						


注記:「ひび割れの長さ」は概ねの値とし、立上り寸法を含む。 注記:「ひび割れの幅」は、平均値を示す。

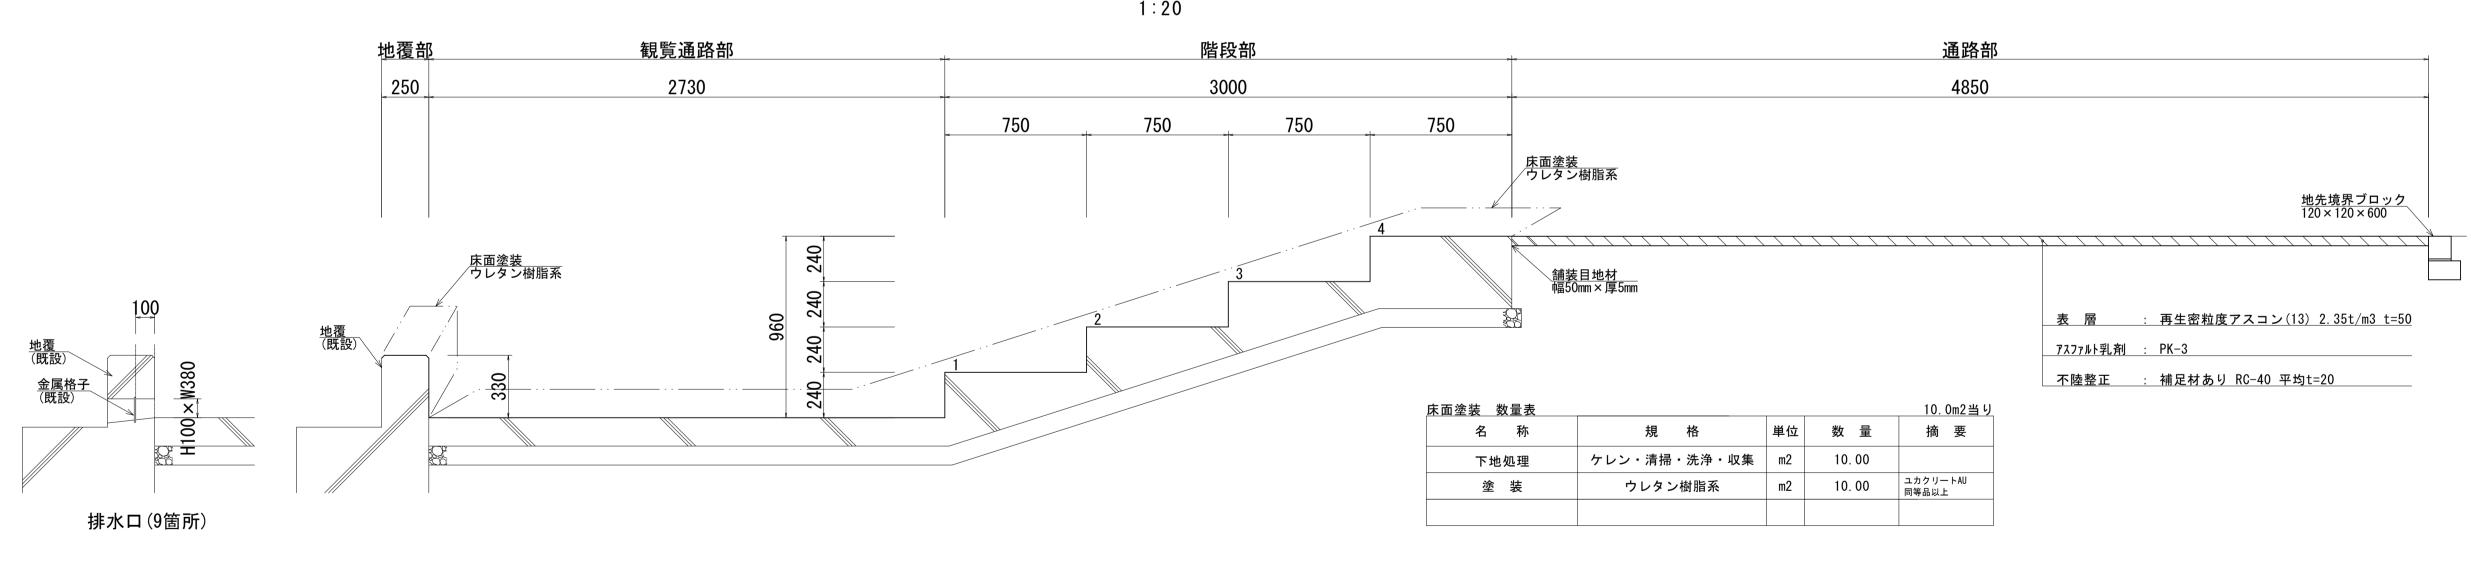

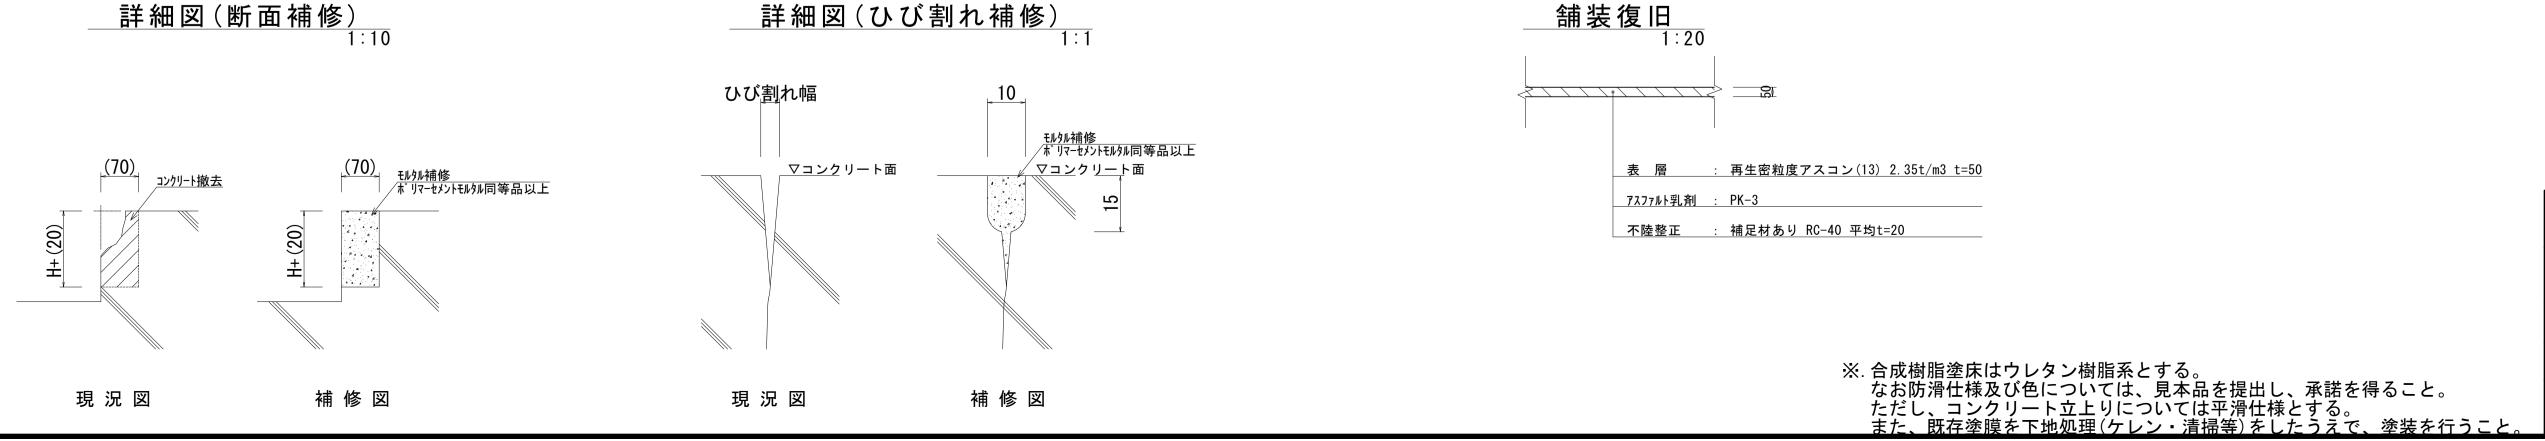

※この図面はA1サイズを原寸とする。 令和7年度河川事推第1号 津市モーターボート競走場芝生広場水面際フェンス他改修工 津市藤方地内 施工箇所名 図 面 名 施設整備詳細図 図面番号 縮尺 2/11 事 業 所 名 津市建設部河川排水推進室


平 面 図

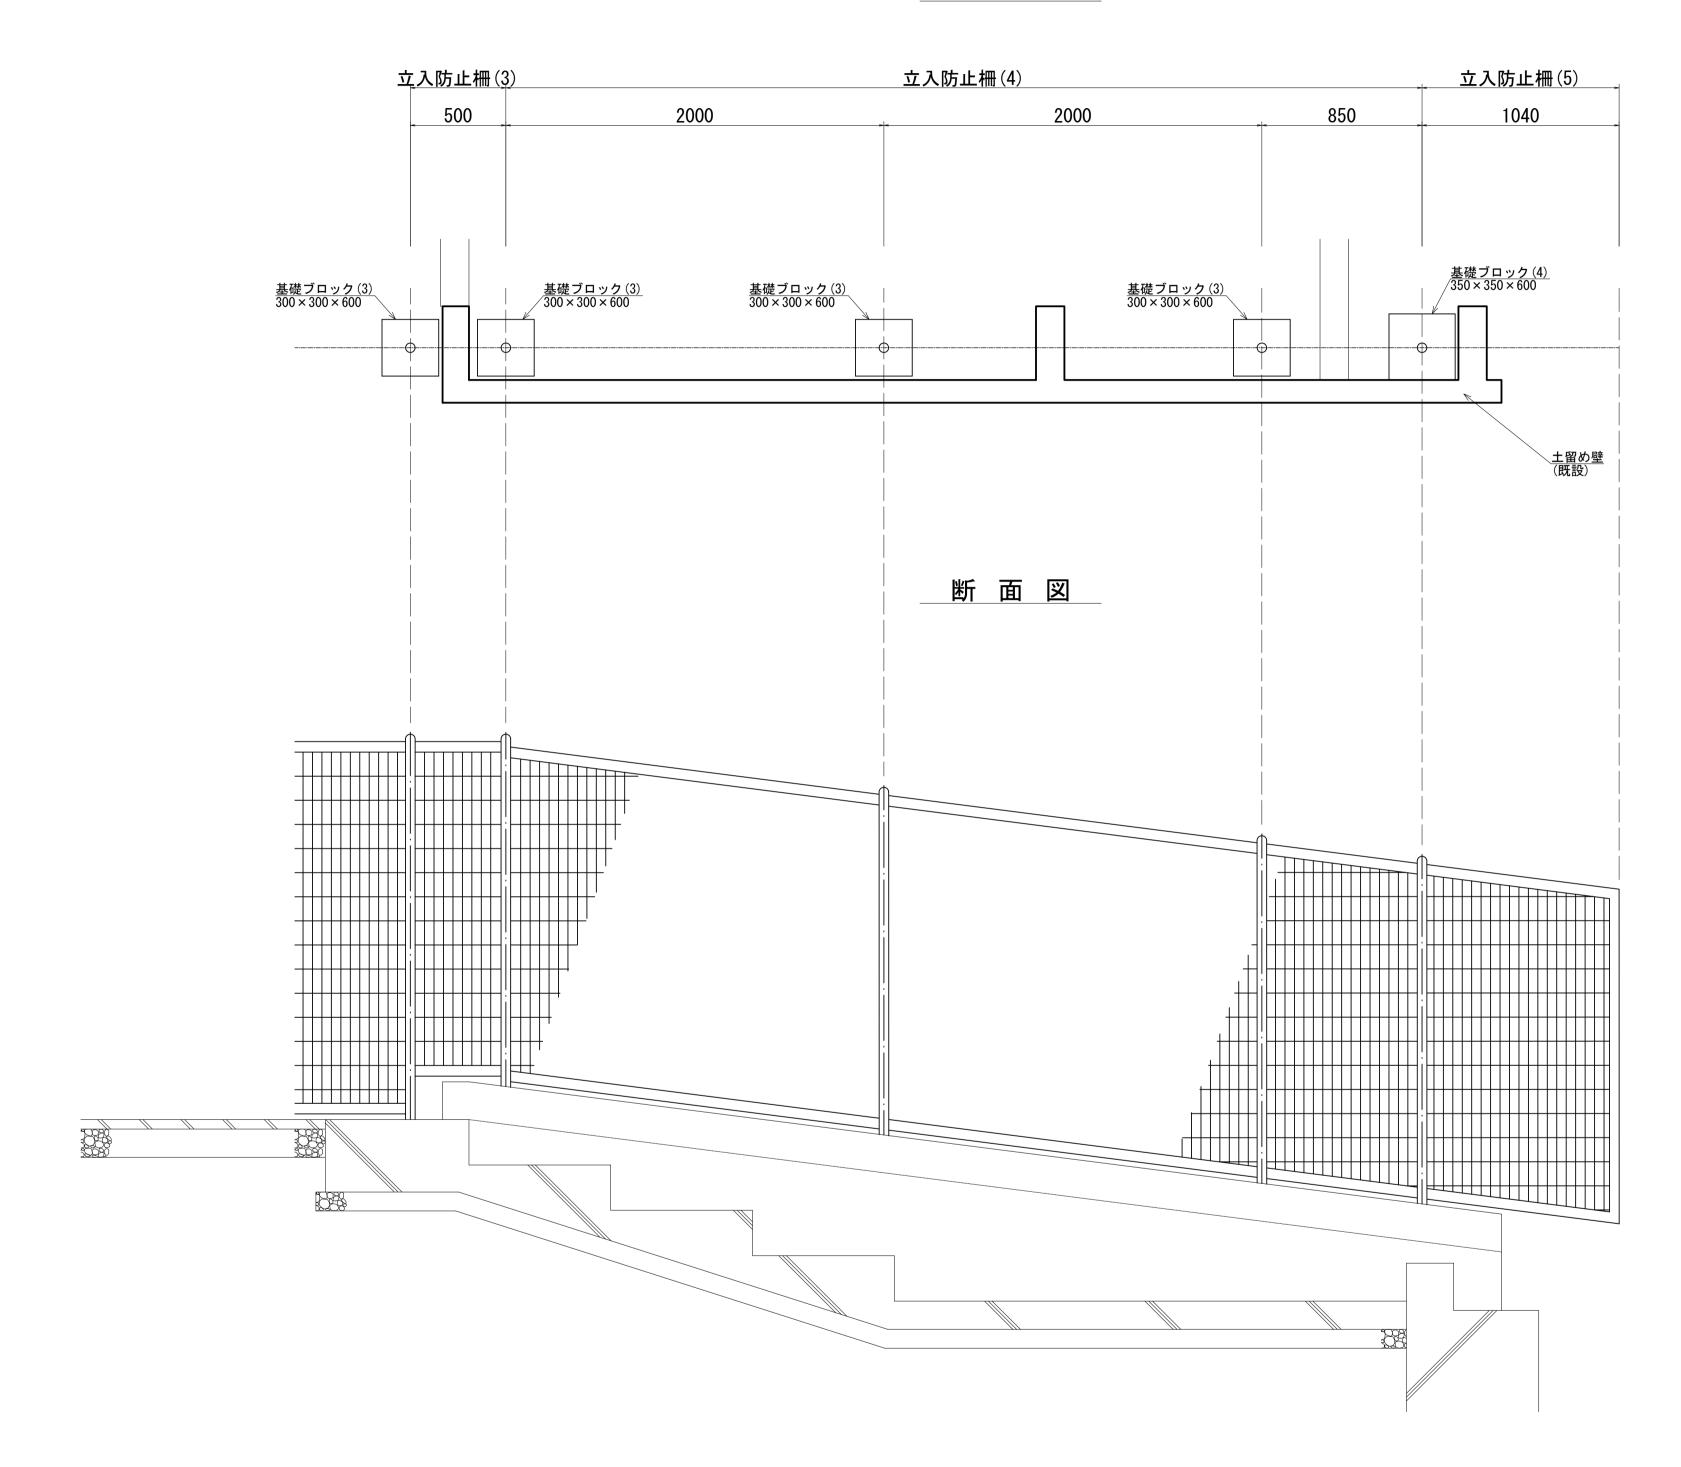

		<u>※この図</u>	面はA 1サ	イズを原寸とする。	
工事	名	令和7年度河川事推第1号 津市モーターボート競走場芝生広場水面際フェンス他改修工事			
施工箇	所名	津市藤方地内			
図面	名	柵工詳細図			
縮	尺	1:20 図面番号 3/11			
事 業 〕	所 名	津市建設部河川排水推進室			

# 塗装仕上げ工詳細図

平面図

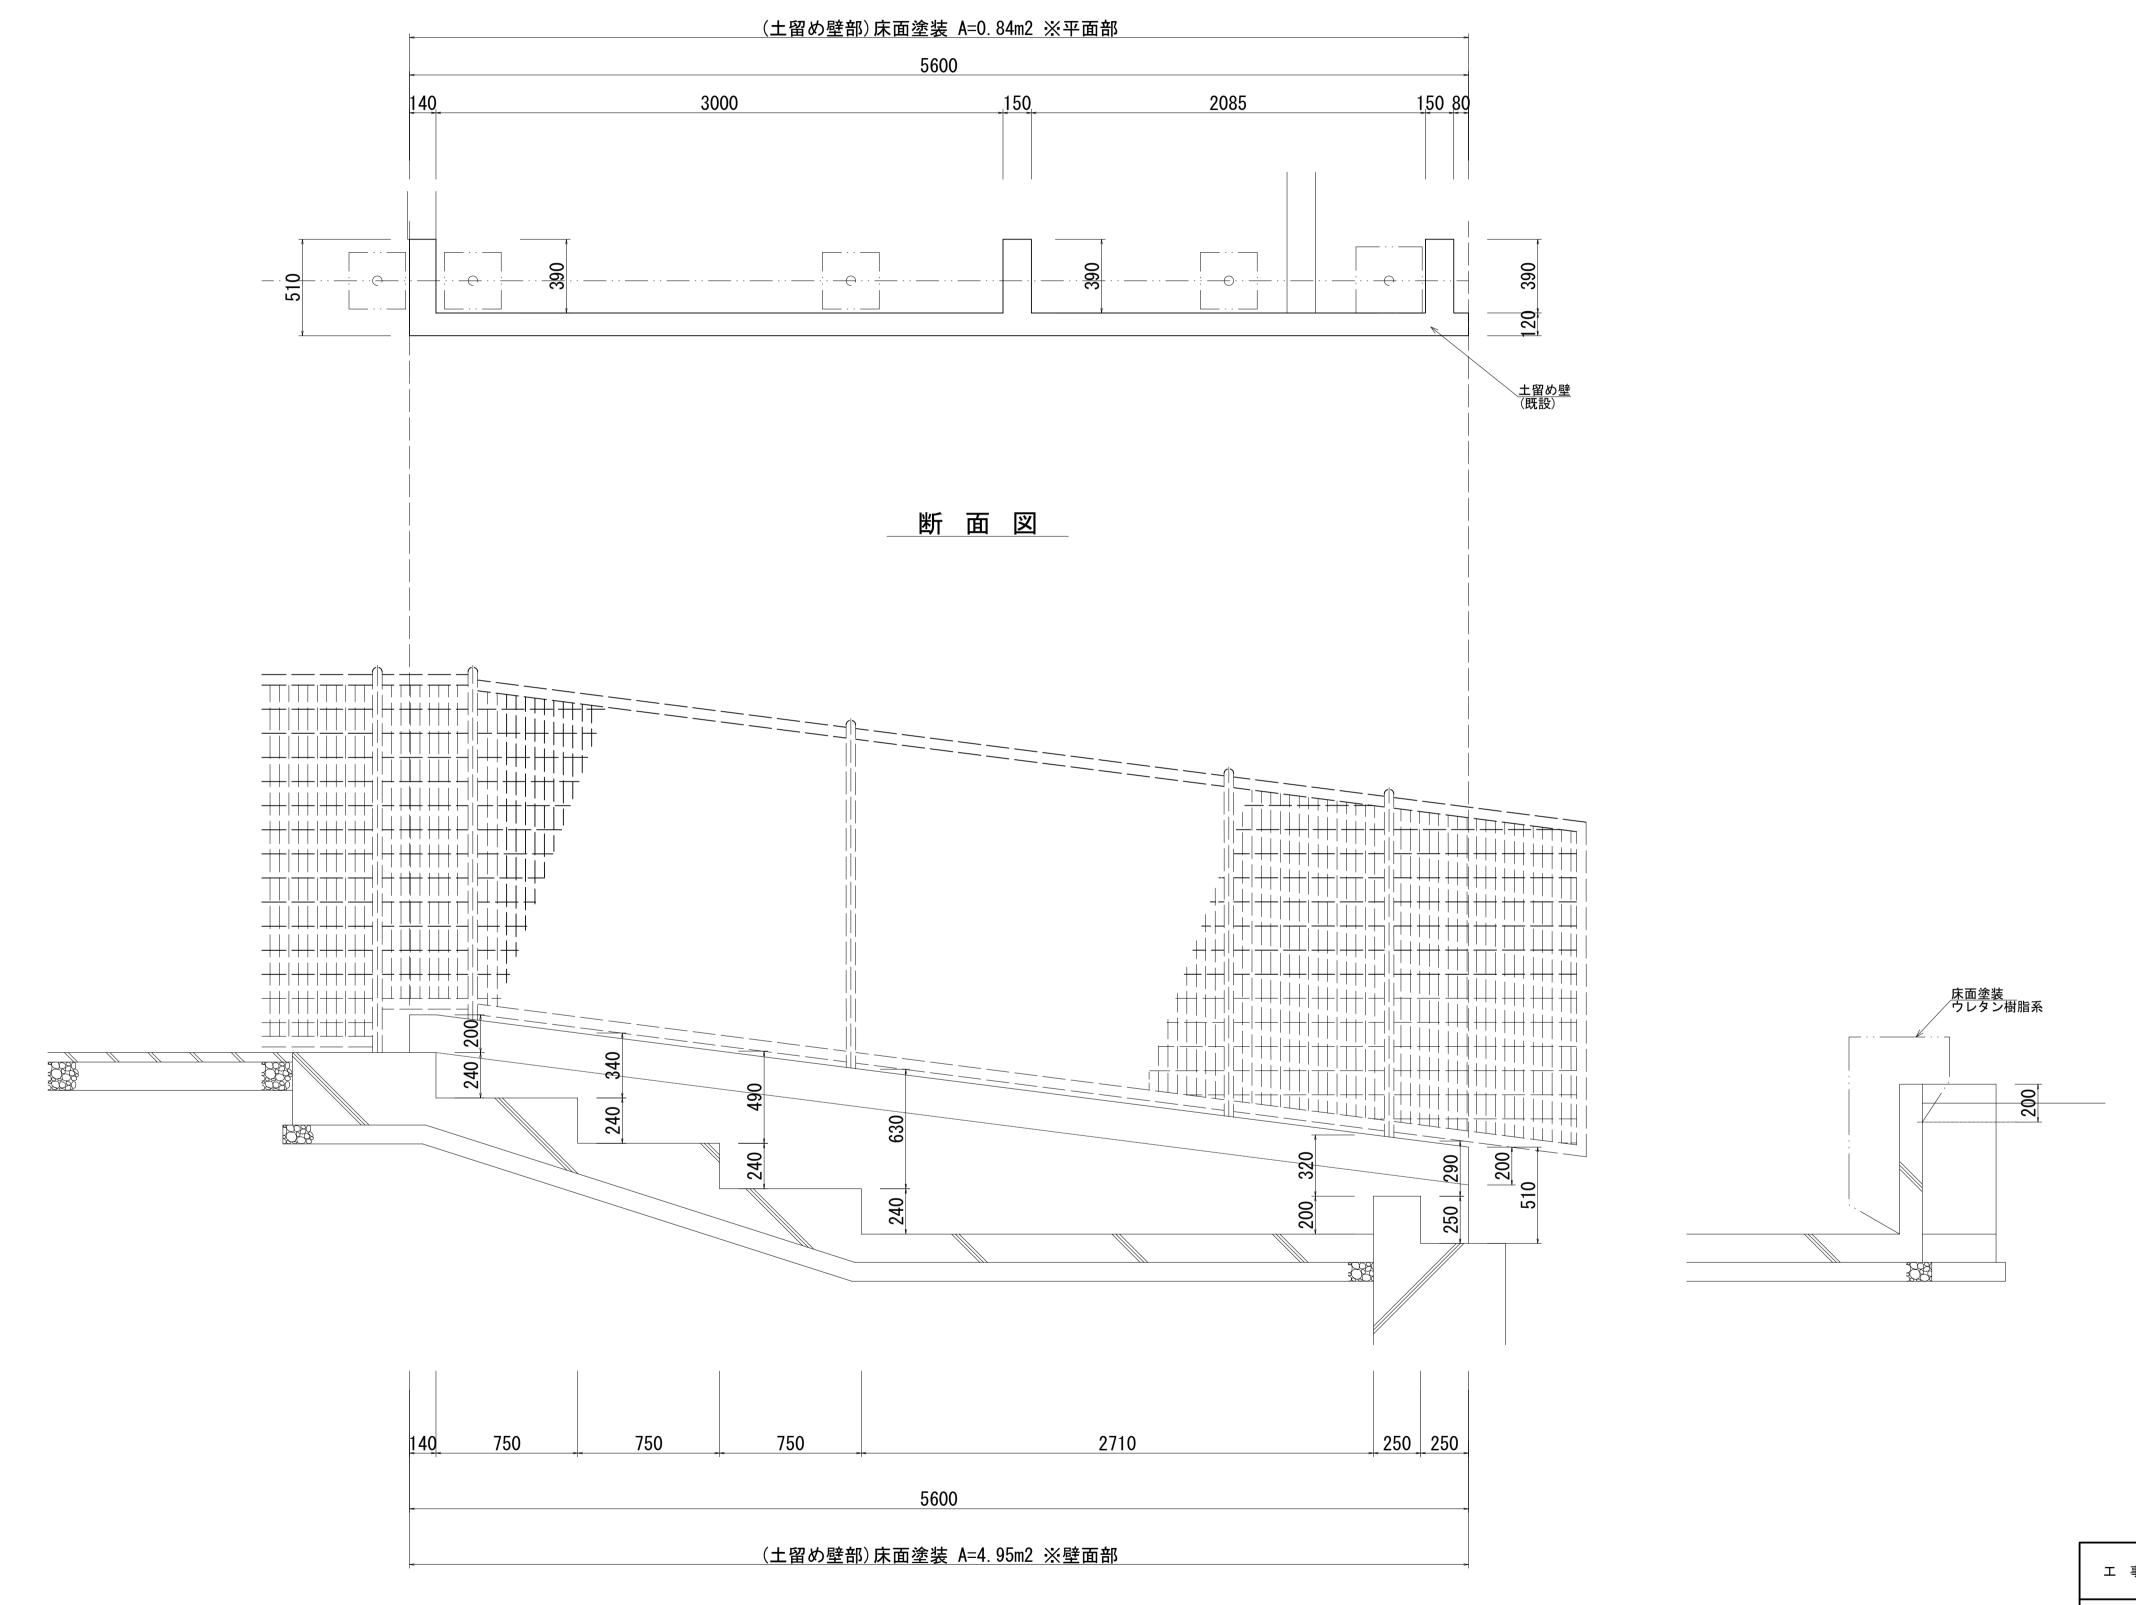

※. 合成樹脂塗床はウレタン樹脂系とする。 なお防滑仕様及び色については、見本品を提出し、承諾を得ること。 ただし、コンクリート立上りについては平滑仕様とする。 また、既存塗膜を下地処理(ケレン・清掃等)をしたうえで、塗装を行うこと。

 ※この図面はA 1 サイズを原寸とする。

 エ 事 名
 令和7年度河川事推第1号

 津市エーターボート競走場芝生広場水面際フェンス他改修工事

 施工箇所名
 津市藤方地内


 図 面 名
 塗装仕上げ工詳細図

 縮 尺
 1:20

 図面番号
 4/11


 事業所名
 津市建設部河川排水推進室

# <u>防風ネット</u> S=1:20

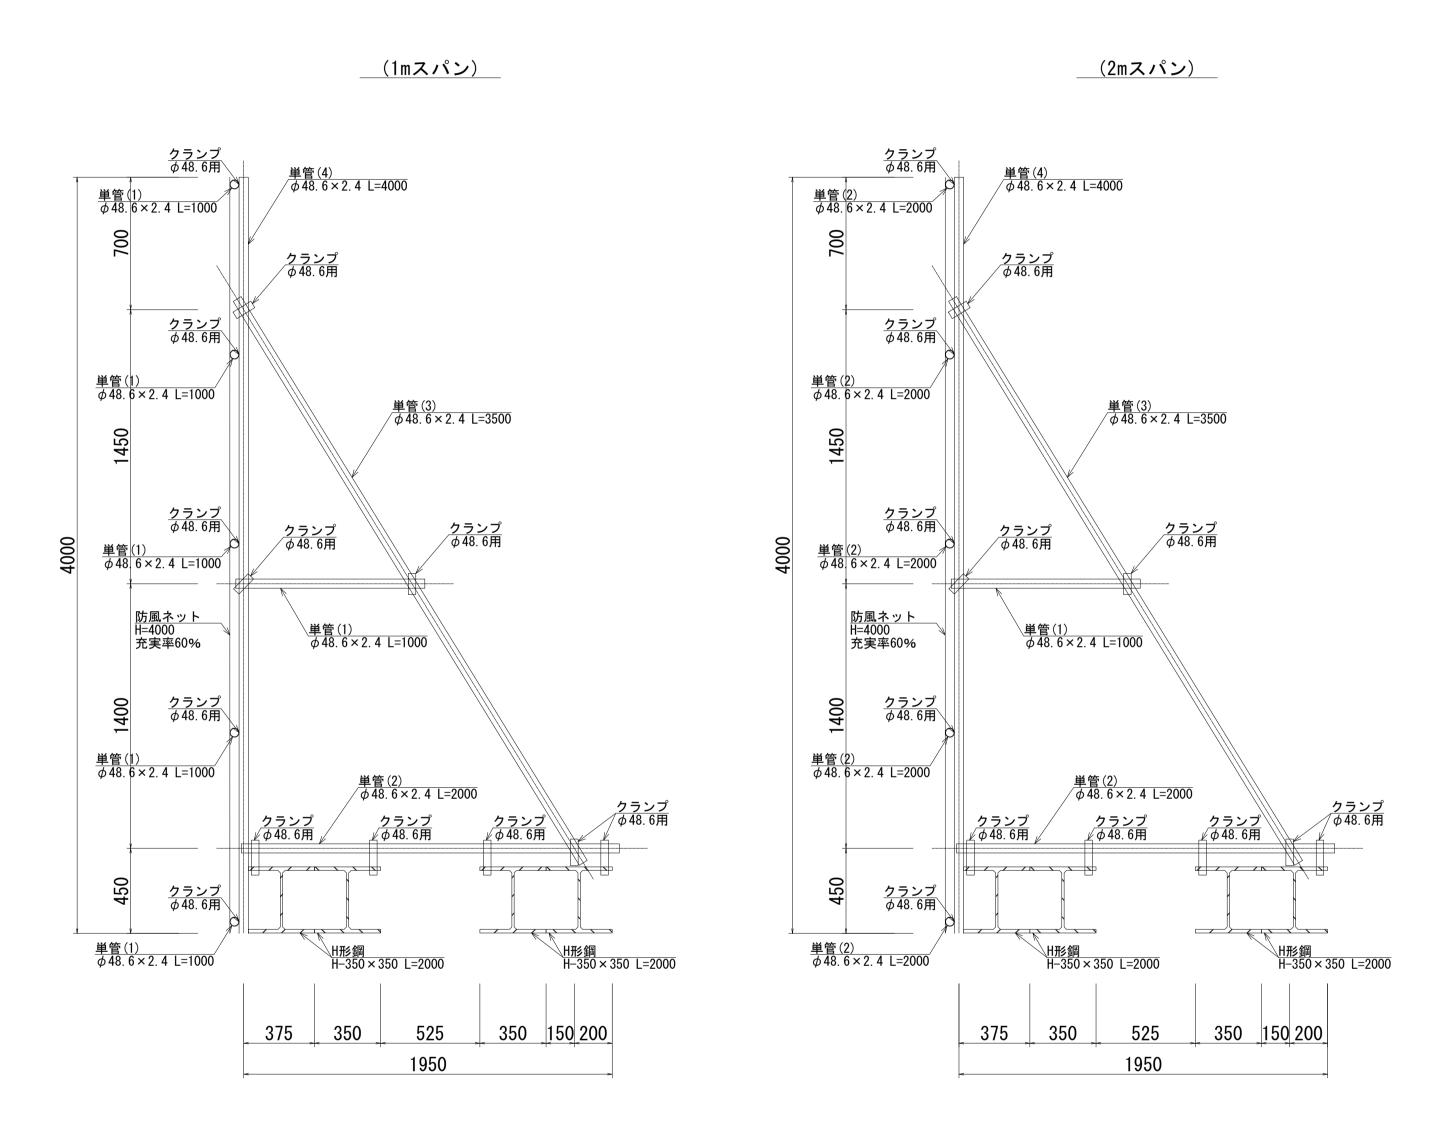

防風ネット 数量表				1式当り
名 称	規格	単位	数量	摘要
防風ネット組立・設置	1mスパン	組	1.00	
防風ネット組立・設置	2mスパン	組	8. 00	
単管(1)	φ 48. 6 × 2. 4 L=1000	本	15. 00	参考重量: W=2.73kg/本
単管(2)	φ 48. 6 × 2. 4 L=2000	本	50.00	参考重量: W=5.46kg/本
単管(3)	φ 48. 6 × 2. 4 L=3500	本	10.00	参考重量: W=9.56kg/本
単管(4)	φ 48. 6 × 2. 4 L=4000	本	10.00	参考重量: W=10.92kg/本
H形鋼	H-350 × 350 L=2000	m(t)	68. 00 (9. 18)	参考重量: W=0.135t/m
防風ネット	H=4000 充実率60%	m2	68. 00	
クランプ	φ48.6用	個	130. 00	参考重量: W=0.7kg/個

# 地先境界ブロック S=1:10

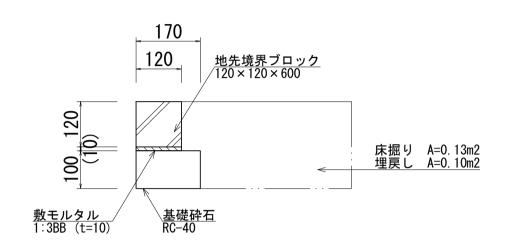


也先境界ブロック 数量	表			10.0m当り
名 称	規 格	単位	数量	摘要
地先境界ブロック	120 × 120 × 600	個	16. 67	
敷モルタル	1:3BB (t=10)	m3	0. 01	
基礎砕石	RC-40	m3	0. 17	
基面整正		m2	1. 70	


※この図面はA 1 サイズを原寸とする。				
工事名	令和7年度河川事推第1号 津 <del>市モー</del> ターボート競走場芝生広場水面際フェンス他改修工事			
施工箇所名	津市藤方地内			
図 面 名		各種構造図		
縮尺	図 示 図面番号 5/11			
事業所名	津市建設部河川排水推進室			

# 柵工構造図(1)


転落防止柵

### <u>平面図</u> 1:10

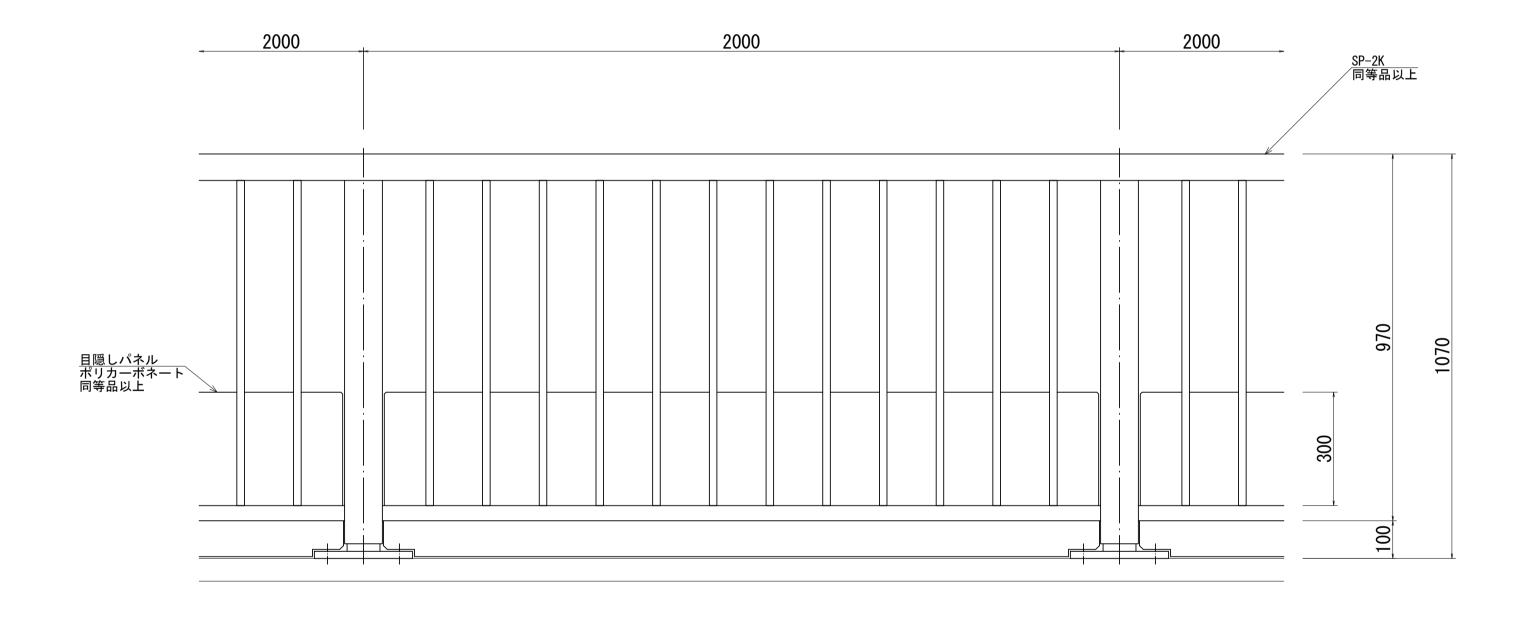

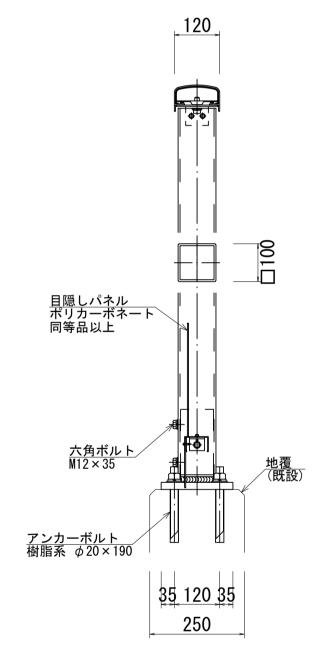



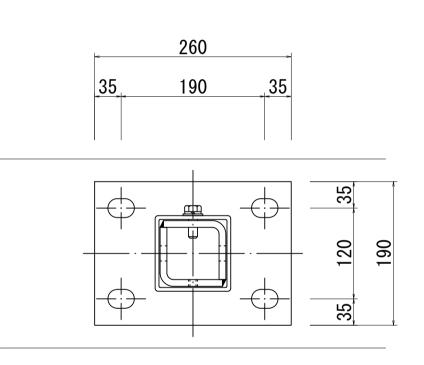

転落防止柵 数量表				<u> 10.0m当り</u>
名 称	規格	単位	数量	摘 要
転落防止柵	H=1070 ベースプレート式	m	10.00	SP-2K同等品以上
目隠しパネル	H=300	m	10.00	ポリカーボネート同等品以上
六角ボルト	M12×35	本	5. 00	
アンカーボルト	M20×190	本	20.00	
削孔	φ 22	箇所	20.00	


※この図面はA 1 サイズを原寸とする。				
工事名	令和7年度河川事推第1号 津市モーターボート競走場芝生広場水面際フェンス他改修工事			
施工箇所名	津市藤方地内			
図 面 名	柵工構造図(1)			
縮尺	1:20 図面番号 6/11			
事業所名	津市建設部河川排水推進室			

## 柵工構造図(2)

立入防止柵(1)

立入防止柵(2)

立入防止柵(3)

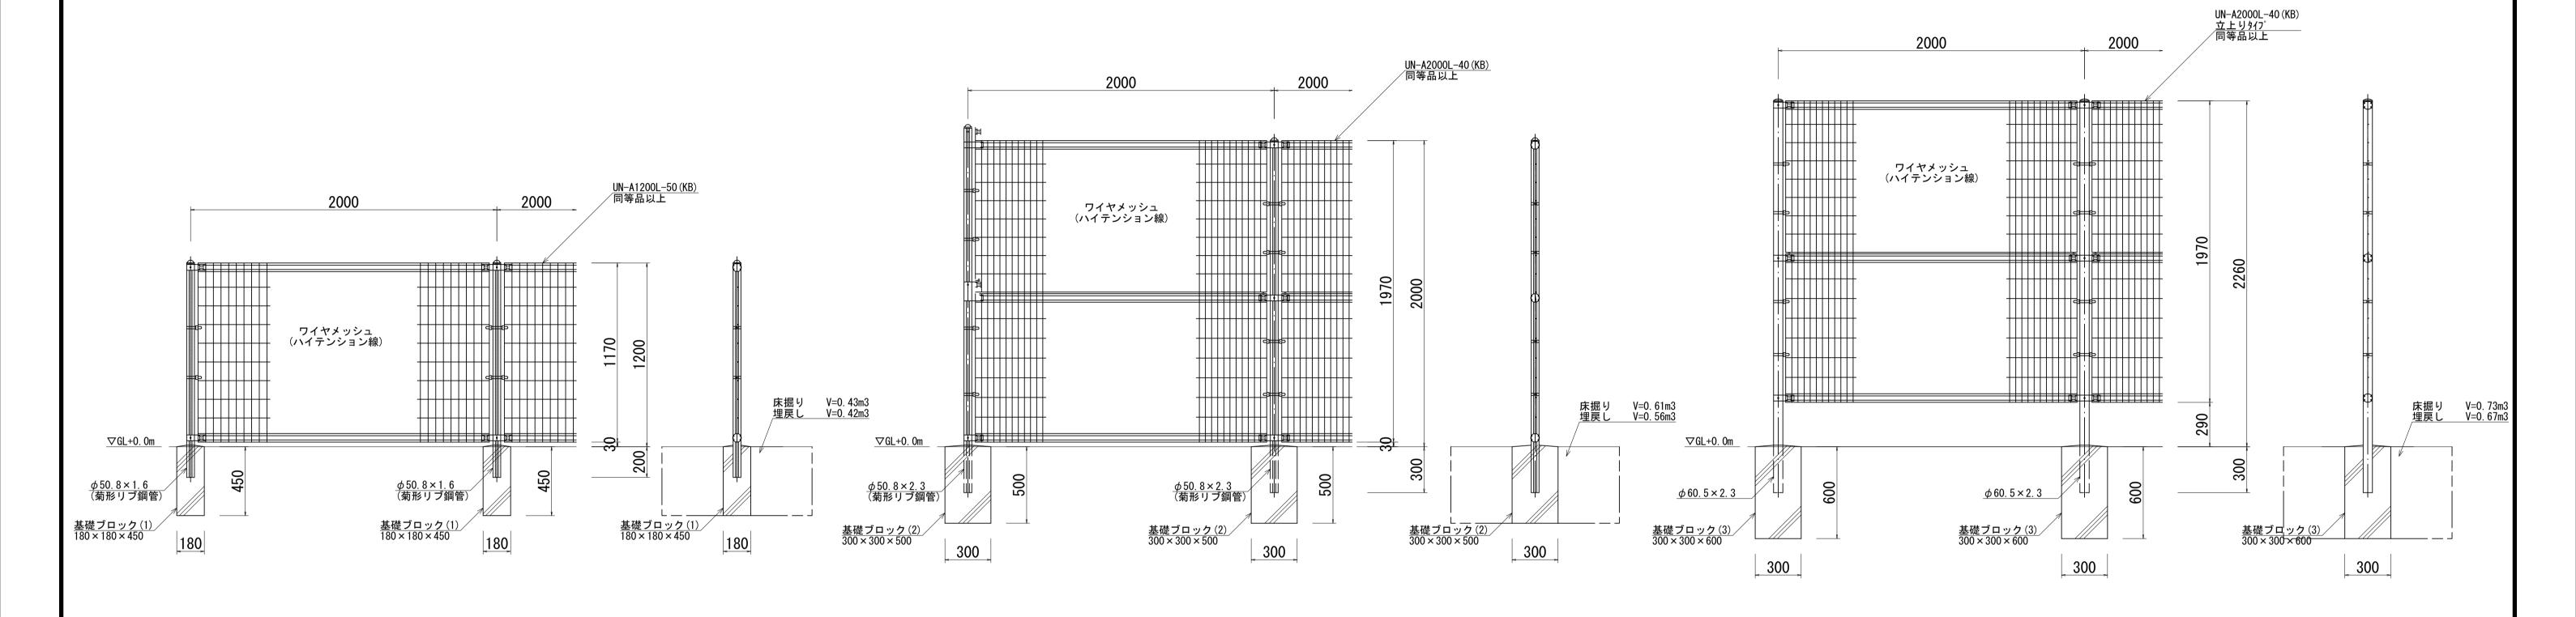

### ○設計条件

・設計荷重 ・・・建築基準法・同施行令(平成12年6月)に基づく風圧力に依る。 ・基準風速 ・・・34m/sec ・地表面粗度区分・・・皿

〇備 考

1. 外装について ・主柱, ジョイント ・押え金具 ・ワイヤメッシュ の上高耐候性樹脂粉体塗装

・バ ン ド ・・・亜鉛・アルミ合金めっき の上高耐候性樹脂粉体塗装

・U型金具 ・・・亜鉛・アルミ・マグネシウム合金めっき の上防錆着色処理

・ボルト、ナット・・・溶融亜鉛めっきの上防錆着色処理

立入防止柵(1) 数量表 10.0m当り 名 称 規格単位数量 摘 要 UN-A1200L-50 (KB) 同等品以上 UN-A1200L-50 (KB) m 10.00 メッシュフェンス 基礎ブロック(1)  $180 \times 180 \times 450$ 個 5.00 基面整正 m2 0.16

〇設計条件

・設計荷重 ・・・建築基準法・同施行令(平成12年6月)に基づく風圧力に依る。 ・基準風速 ・・・34m/sec ・地表面粗度区分・・・皿

○備 考

1. 外装について ・主柱, ジョイント ・押え金具 ・ワイヤメッシュ

・バ ン ド ・・・亜鉛・アルミ合金めっき の上高耐候性樹脂粉体塗装

・U 型金具 ・・・亜鉛・アルミ・マグネシウム合金めっき の上防錆着色処理 ・ボルト, ナット・・・溶融亜鉛めっきの上防錆着色処理

立入防止柵(2) 数量表 10.0m当り 名 称 単位 数 量 摘 要 規格 UN-A2000L-40 (KB) UN-A2000L-40 (KB) m 10.00 メッシュフェンス 基礎ブロック(2)  $300 \times 300 \times 500$ 個 5.00 基面整正 m2 0.45

○設計条件

・設計荷重 ・・・建築基準法・同施行令(平成12年6月)に基づく風圧力に依る。 ・基準風速 ・・・34m/sec ・地表面粗度区分・・・Ⅲ

○備 考

1. 外装について ・主柱, ジョイント ・押え金具 ・ワイヤメッシュ

・バ ン ド ・・・亜鉛・アルミ合金めっき の上高耐候性樹脂粉体塗装

・U 型金具 ・・・亜鉛・アルミ・マグネシウム合金めっき の上防錆着色処理

・ボルト, ナット・・・溶融亜鉛めっきの上防錆着色処理

立入防止柵(3) 数量表 <u>10.0m当り</u> 名 称 規格単位数量 摘 要 UN-A2000L-40 (KB) 10.00 UN-A2000L-40(KB) 立上りタイプ 同等品以上 メッシュフェンス 立上りタイプ 基礎ブロック(3)  $300 \times 300 \times 600$ 個 5.00 基面整正 m2 0.45


※この図面はA 1 サイズを原寸とする。


工 事 名	令和7年度河川事推第1号 津市モーターボート競走場芝生広場水面際フェンス他改修工事			
施工箇所名	津市藤方地内			
図 面 名	柵工構造図(1)			
縮尺	1:20 図面番号 7/11			
事業所名	津市建設部河川排水推進室			


立入防止柵(4)

立入防止柵(5)

門 扉

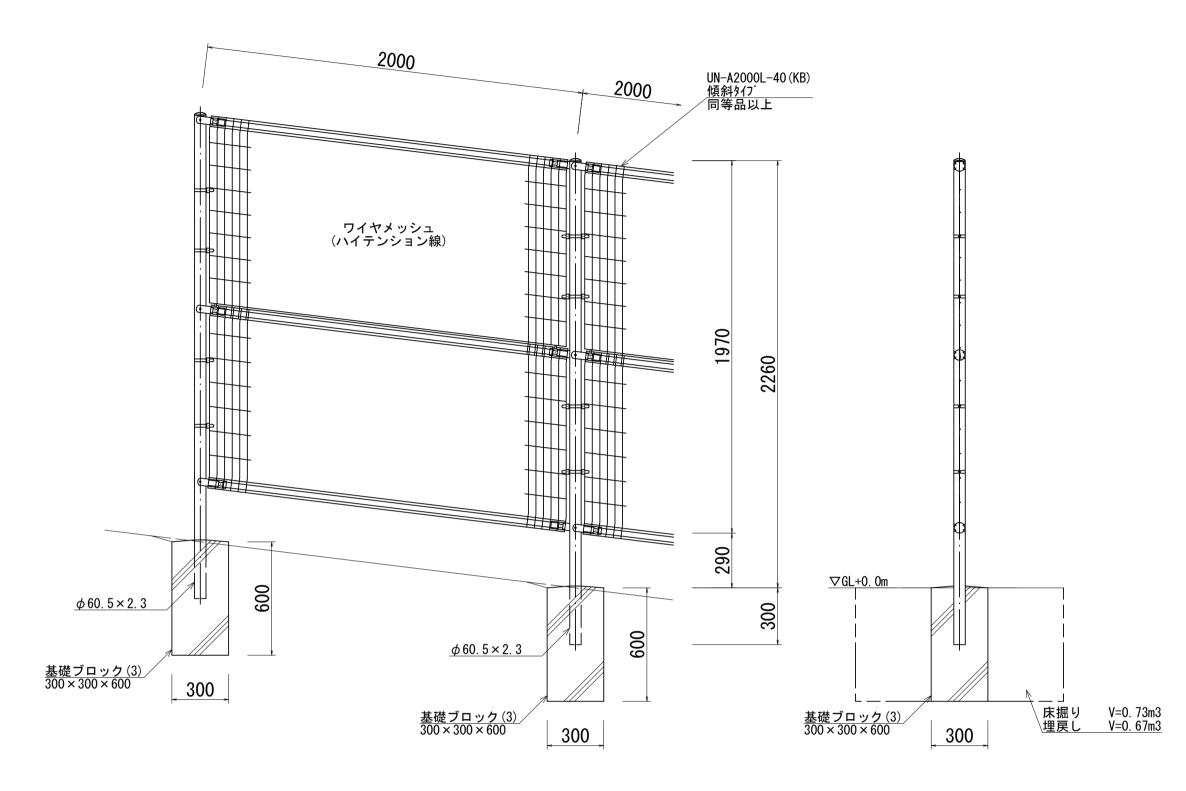

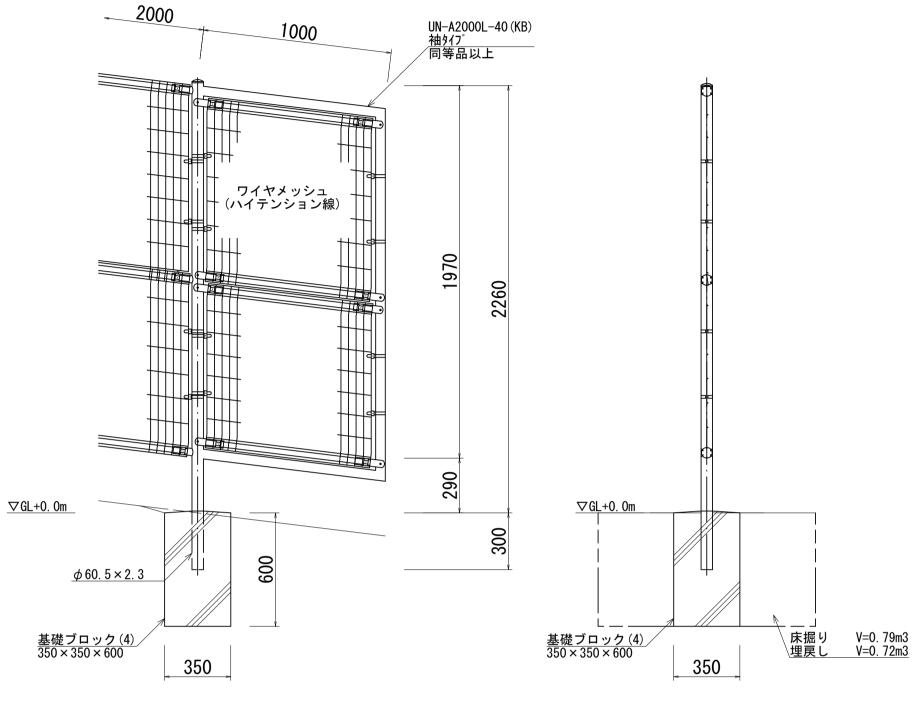

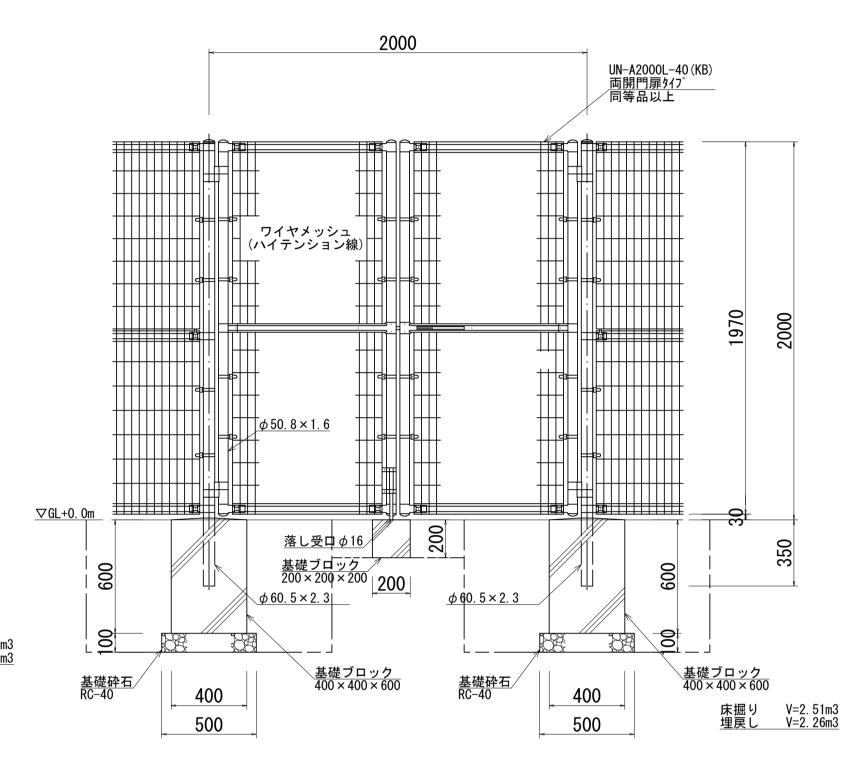

### ○設計条件

・設計荷重 ・・・建築基準法・同施行令(平成12年6月)に基づく風圧力に依る。 ・基準風速 ・・・34m/sec ・地表面粗度区分・・・Ⅲ

#### 〇備 考

1. 外装について ・・・溶融亜鉛めっきの上高耐候性樹脂粉体塗装

・ジョイント ・押え金具 ・ワイヤメッシュ の上高耐候性樹脂粉体塗装

・バ ン ド ・・・亜鉛・アルミ合金めっき の上高耐候性樹脂粉体塗装

・U 型金具 ・・・亜鉛・アルミ・マグネシウム合金めっき の上防錆着色処理 ・ボルト、ナット・・・溶融亜鉛めっきの上防錆着色処理

2. 勾配角度は、現地実測に依り決定とする。

3. 袖枠にはめっきの為、湯抜穴を適所(見苦しくない位置)に設けるものとする。

4. 袖部ワイヤメッシュは現地カット(カット面が危険でなく、見苦しくならない様)し、補修塗りを施すこと。

立入防止柵(4) 数量表				10.0m当り
名 称	規格	単位	数量	摘要
メッシュフェンス	UN-A2000L-40(KB) 傾斜タイプ	m	10.00	UN-A2000L-40 (KB) 傾斜タイプ 同等品以上
基礎ブロック(3)	300 × 300 × 600	個	5. 00	
基面整正		m2	0. 45	

### ○設計条件

・設計荷重 ・・・建築基準法・同施行令(平成12年6月)に基づく風圧力に依る。 ・基準風速 ・・・34m/sec ・地表面粗度区分・・・皿

#### ○備 考

1. 外装について ・・・溶融亜鉛めっきの上高耐候性樹脂粉体塗装 ・主 柱

・ジョイント ・押え金具 ・ワイヤメッシュ の上高耐候性樹脂粉体塗装

・バ ン ド ・・・亜鉛・アルミ合金めっき の上高耐候性樹脂粉体塗装 ・U 型金具 ・・・亜鉛・アルミ・マグネシウム合金めっき の上防錆着色処理

・ボルト、ナット・・・溶融亜鉛めっきの上防錆着色処理

2. 勾配角度は、現地実測に依り決定とする。

3. 袖枠にはめっきの為、湯抜穴を適所(見苦しくない位置)に設けるものとする。

4. 袖部ワイヤメッシュは現地カット(カット面が危険でなく、見苦しくならない様)し、補修塗りを施すこと。

立入防止柵(5) 数量表				10.0m当り
名 称	規格	単位	数量	摘要
メッシュフェンス	UN-A2000L-40(KB) 袖タイプ	箇所	10.00	UN-A2000L-40 (KB) 袖タイプ 同等品以上
基礎ブロック(4)	$350\times350\times600$	個	5. 00	
基面整正		m2	0. 61	

### 〇設計条件

・設計荷重 ・・・建築基準法・同施行令(平成12年6月)に基づく風圧力に依る。 ・基準風速 ・・・34m/sec ・地表面粗度区分・・・Ⅲ

#### ○備 考

1. 外装について ・門 柱, 枠 体 ・ジョイント ・押え金具 ・アルミ・マグネシウム合金めっき ・カス金具 ・アルミ・マグネシウム合金めっき ・ワイヤメッシュ

・バ ン ド ・・・亜鉛・アルミ合金めっき の上高耐候性樹脂粉体塗装

・U型金具 ・・・亜鉛・アルミ・マグネシウム合金めっき の上防錆着色処理 ・ボルト, ナット・・・溶融亜鉛めっきの上防錆着色処理


施錠装置,落し・・・溶融亜鉛めっきのみ


2. 本図門扉は片側180°開きとする。

門扉 数量表				10.0基当
名 称	規格	単位	数量	摘要
メッシュフェンス	UN-A2000L-40(KB) 両面門扉タイプ	基	10.00	UN-A2000L-40(KB) 両面門扉タイプ 同等品以上
基礎ブロック	400 × 400 × 600	個	20. 00	
基礎ブロック	200 × 200 × 200	個	10.00	
基礎砕石	RC-40	m3	0. 50	
基面整正		m2	5. 00	

#### ※この図面はA 1 サイズを原寸とする。


工事名	令和7年度河川事推第1号 津市モーターボート競走場芝生広場水面際フェンス他改修工事			
施工箇所名	津市藤方地内			
図 面 名	柵工構造図(2)			
縮尺	1:20 図面番号 8/11			
事業所名	津市建設部河川排水推進室			

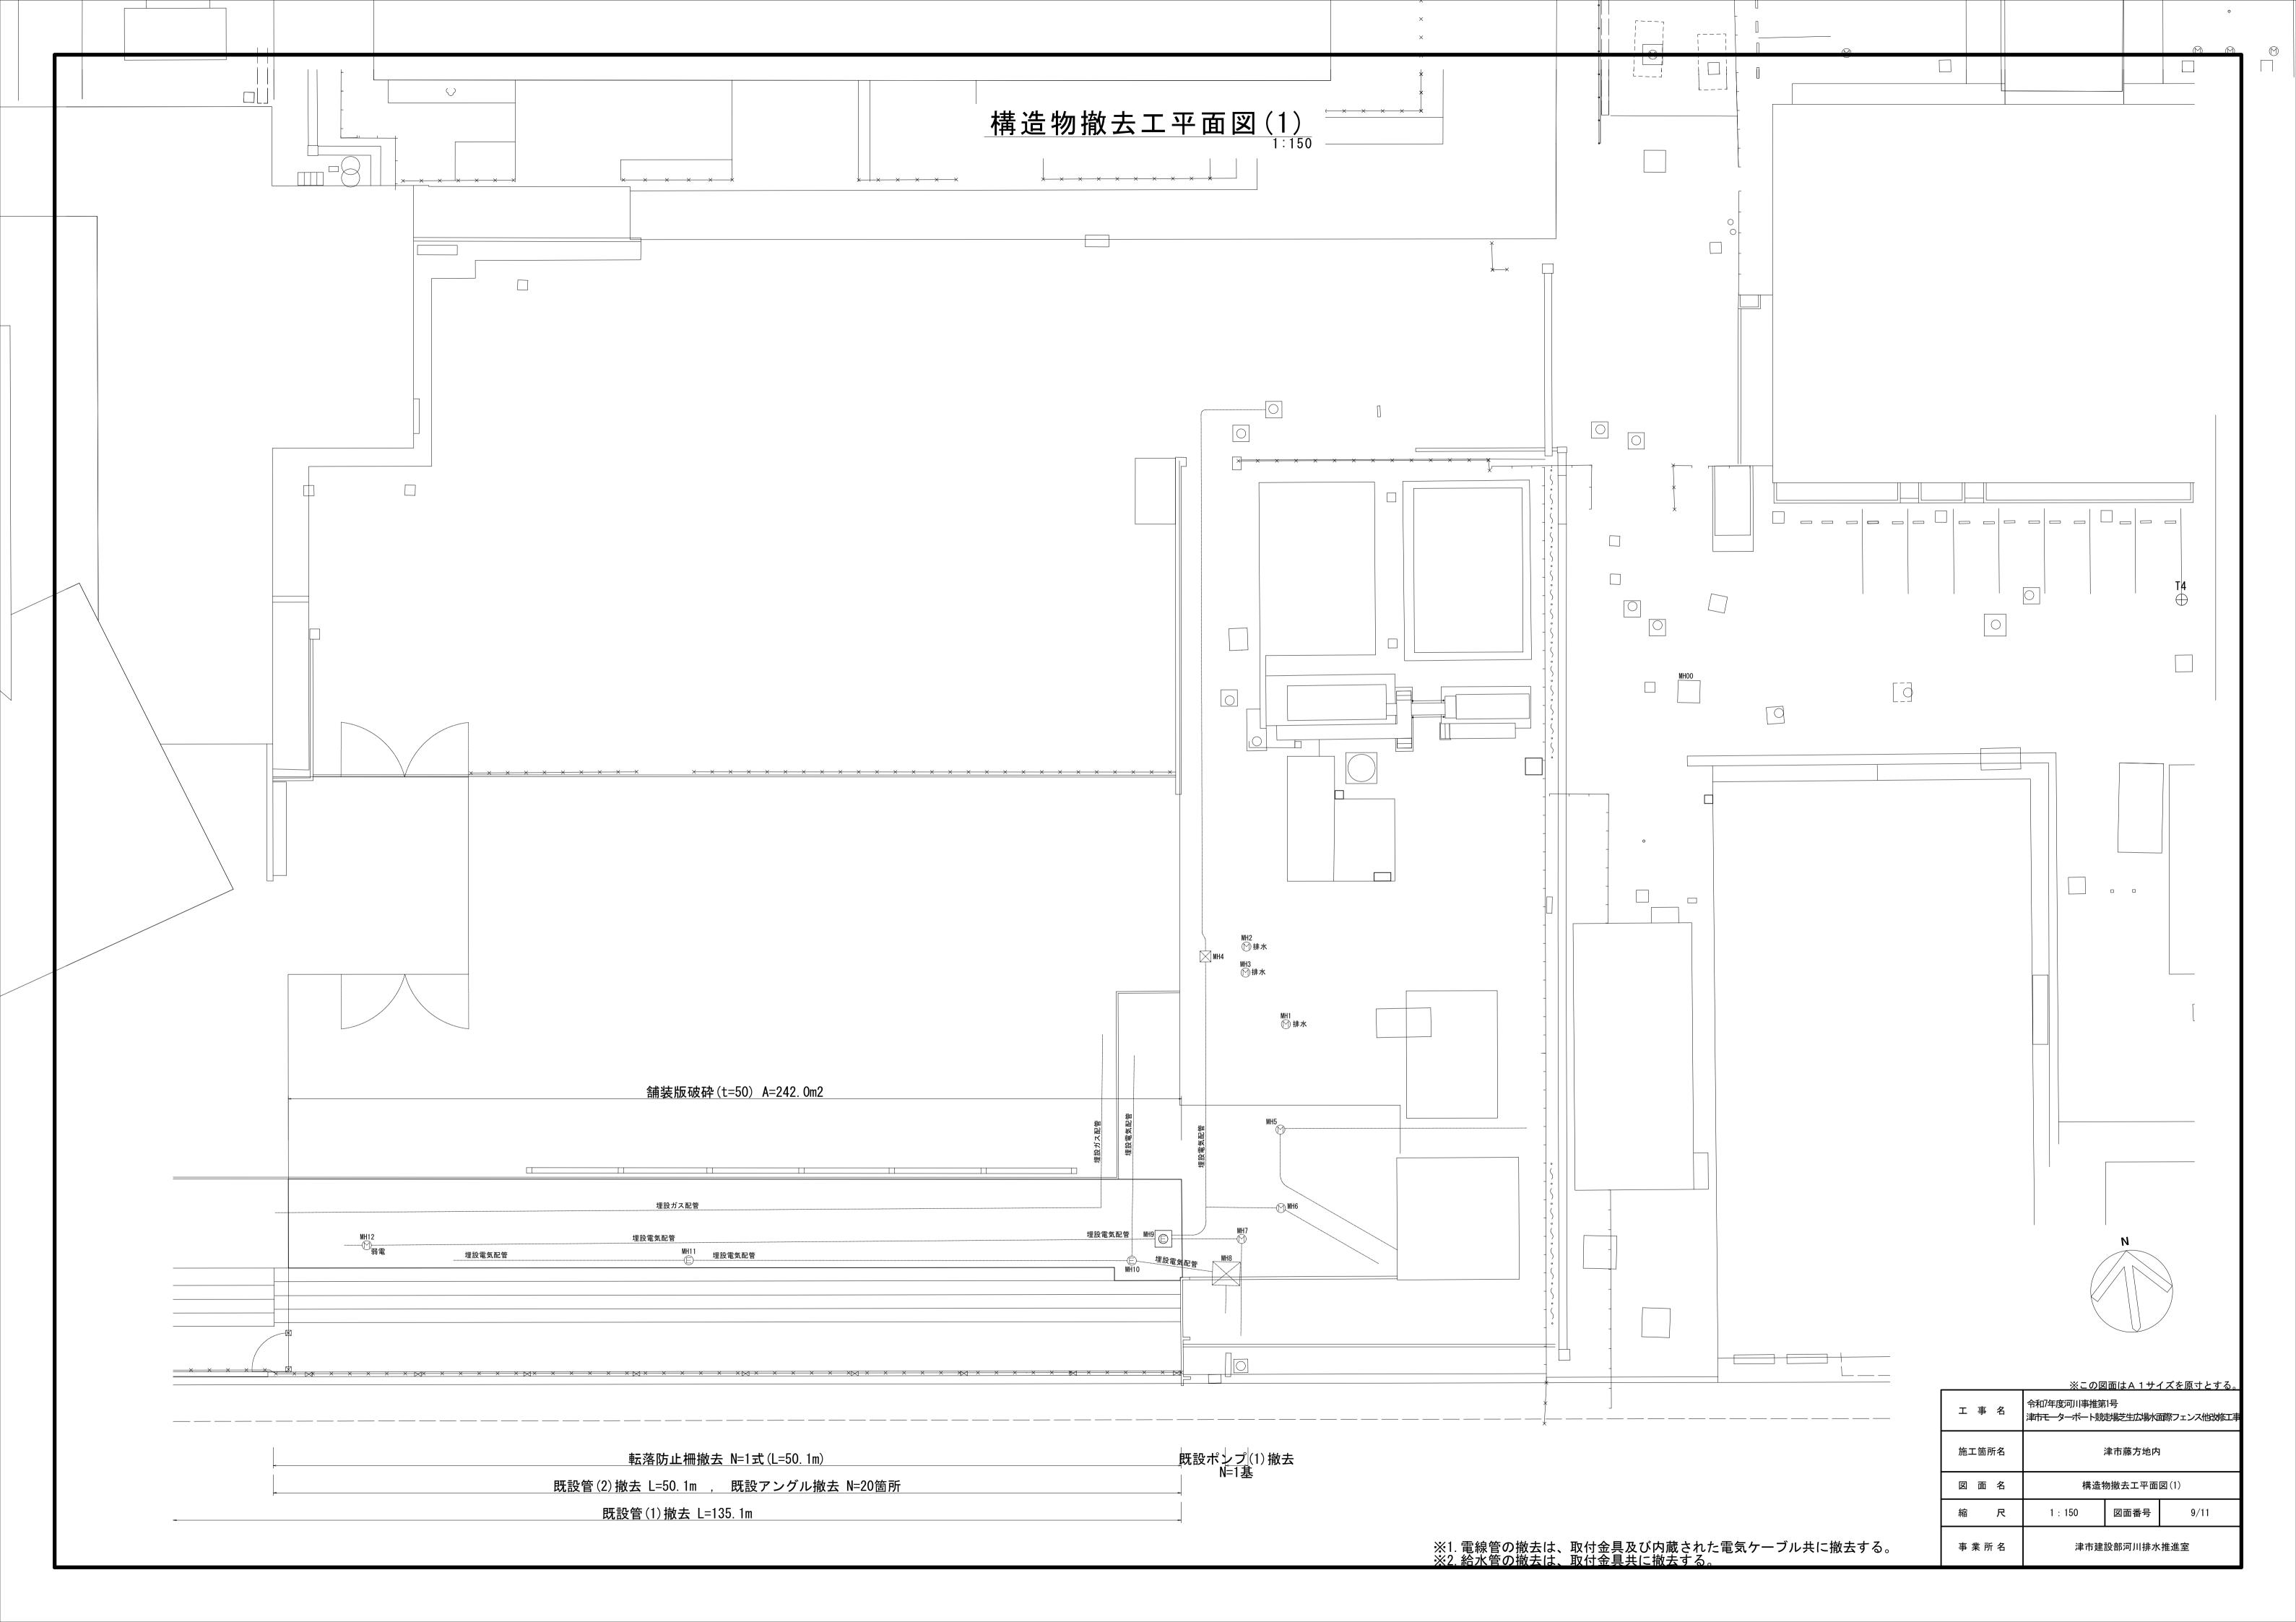

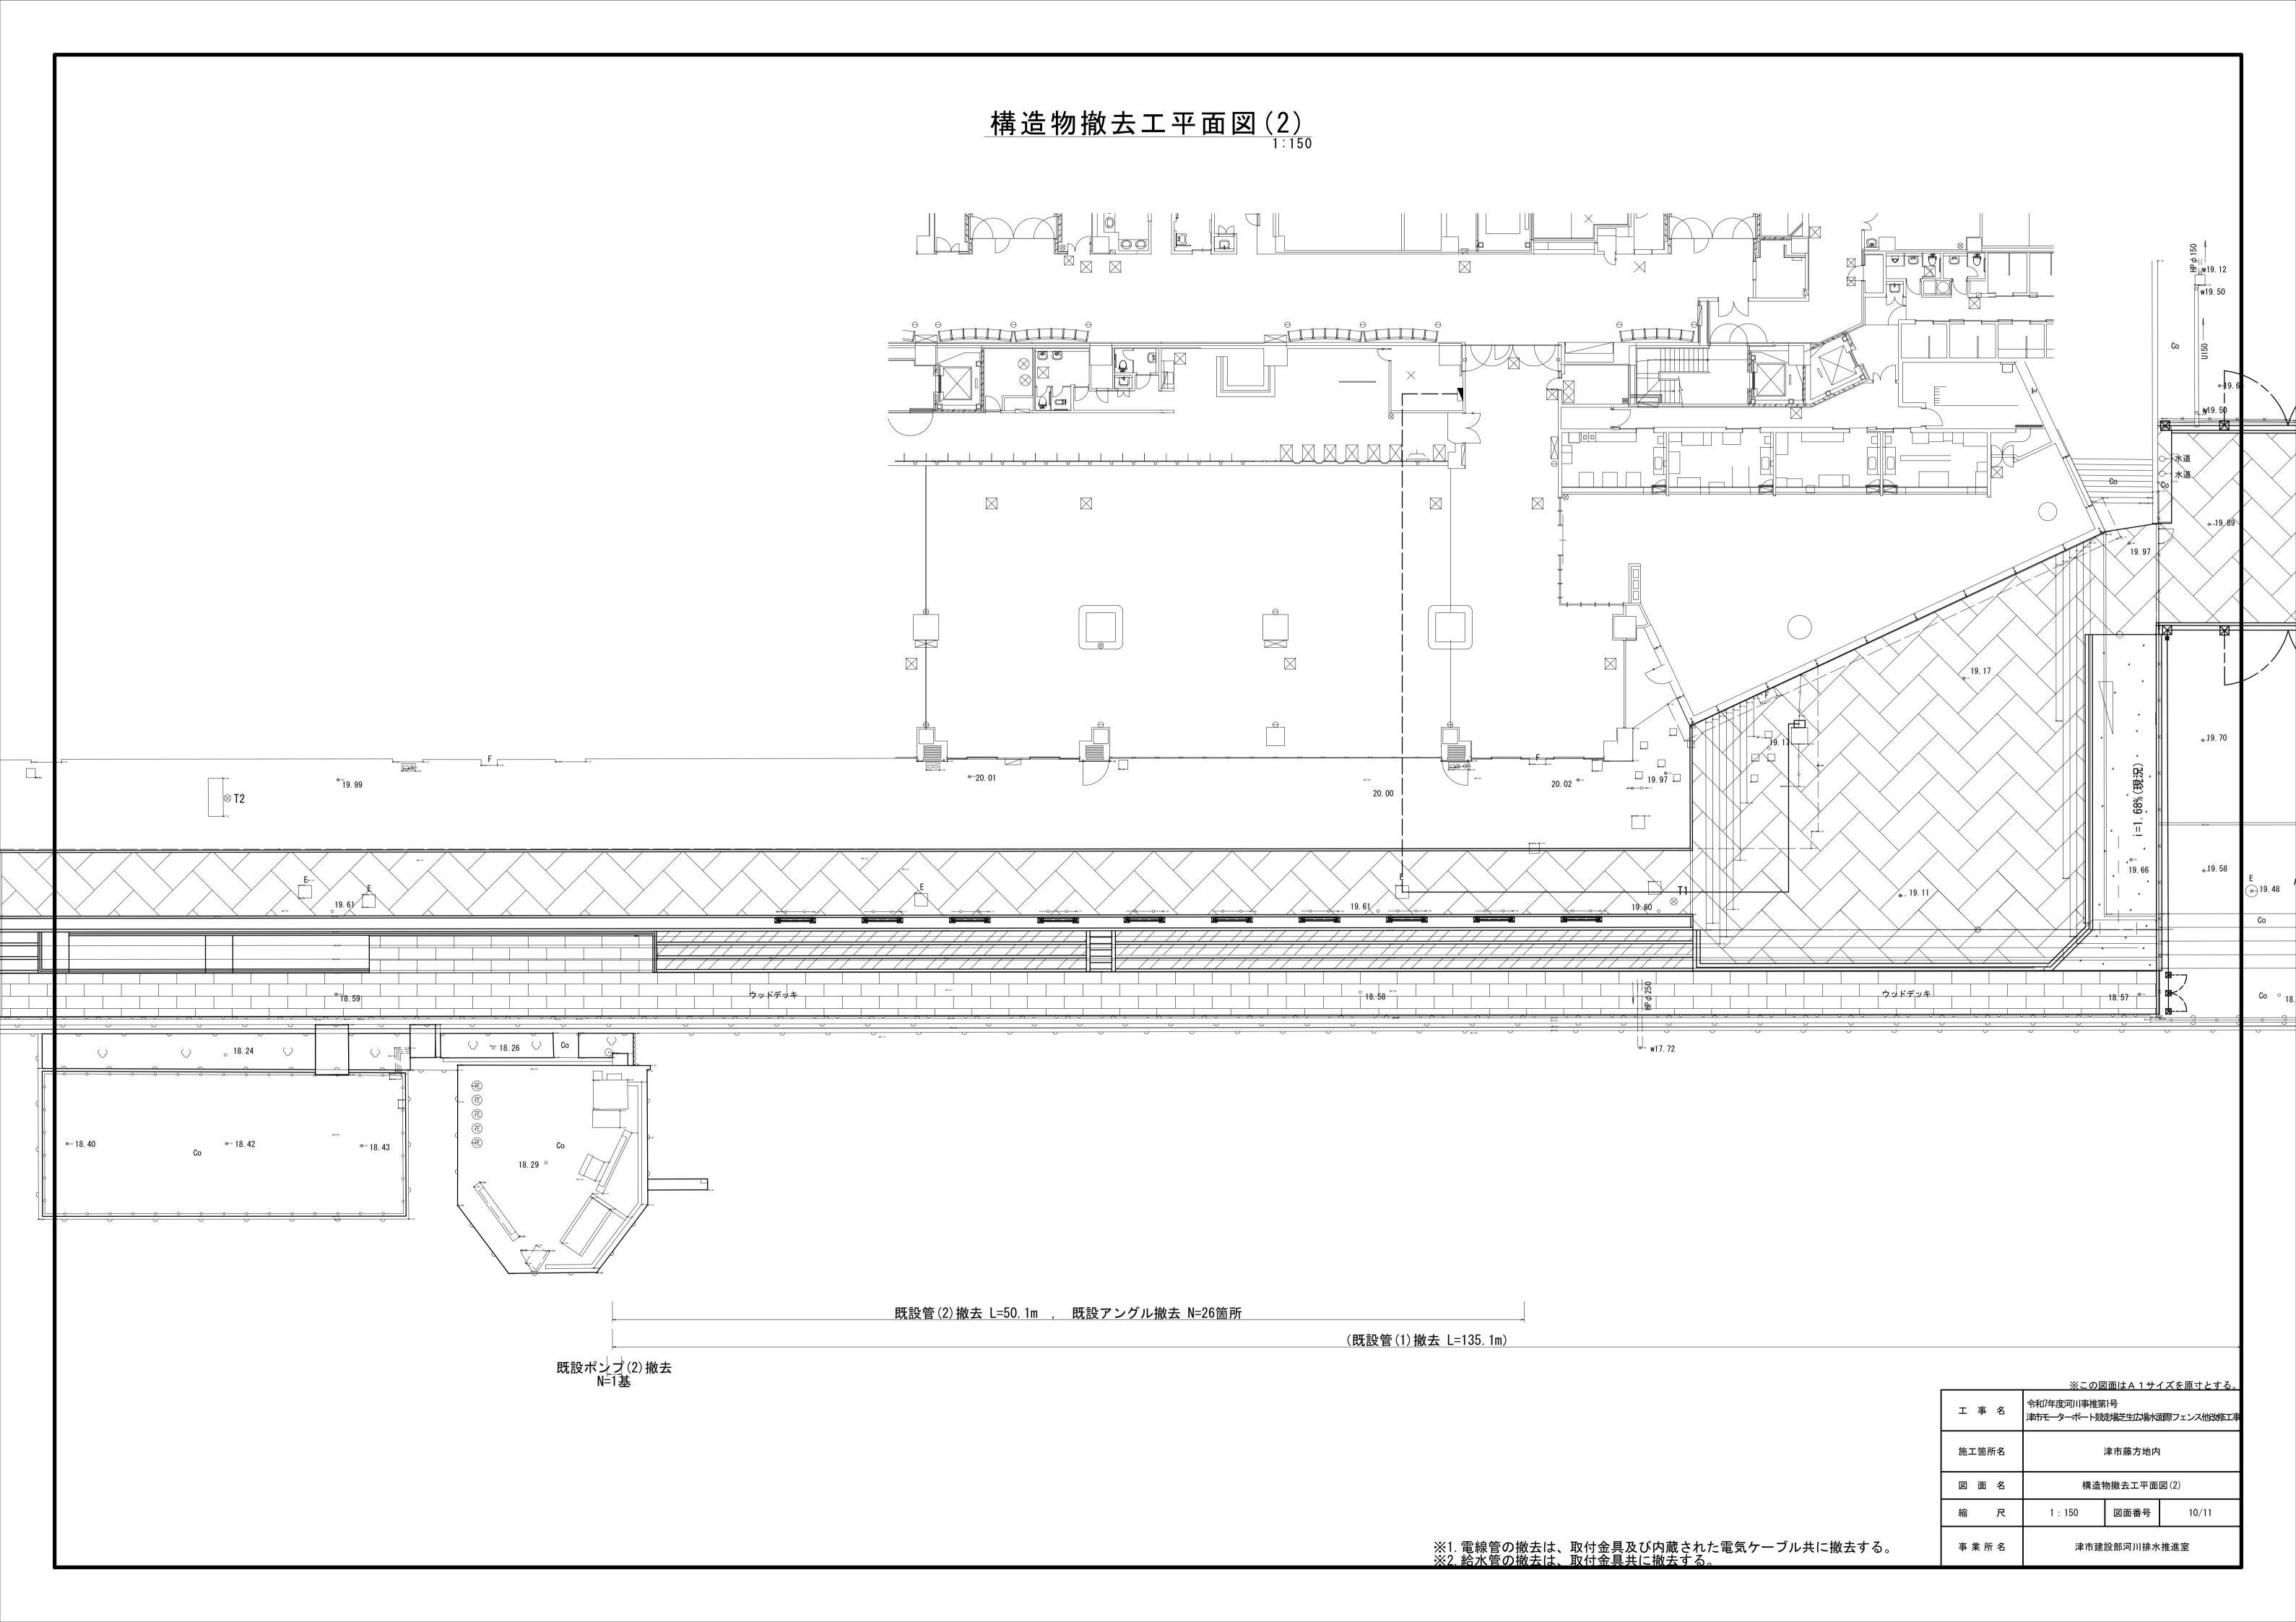

## 構造物撤去工詳細図

# <u>平面図</u> 1:100

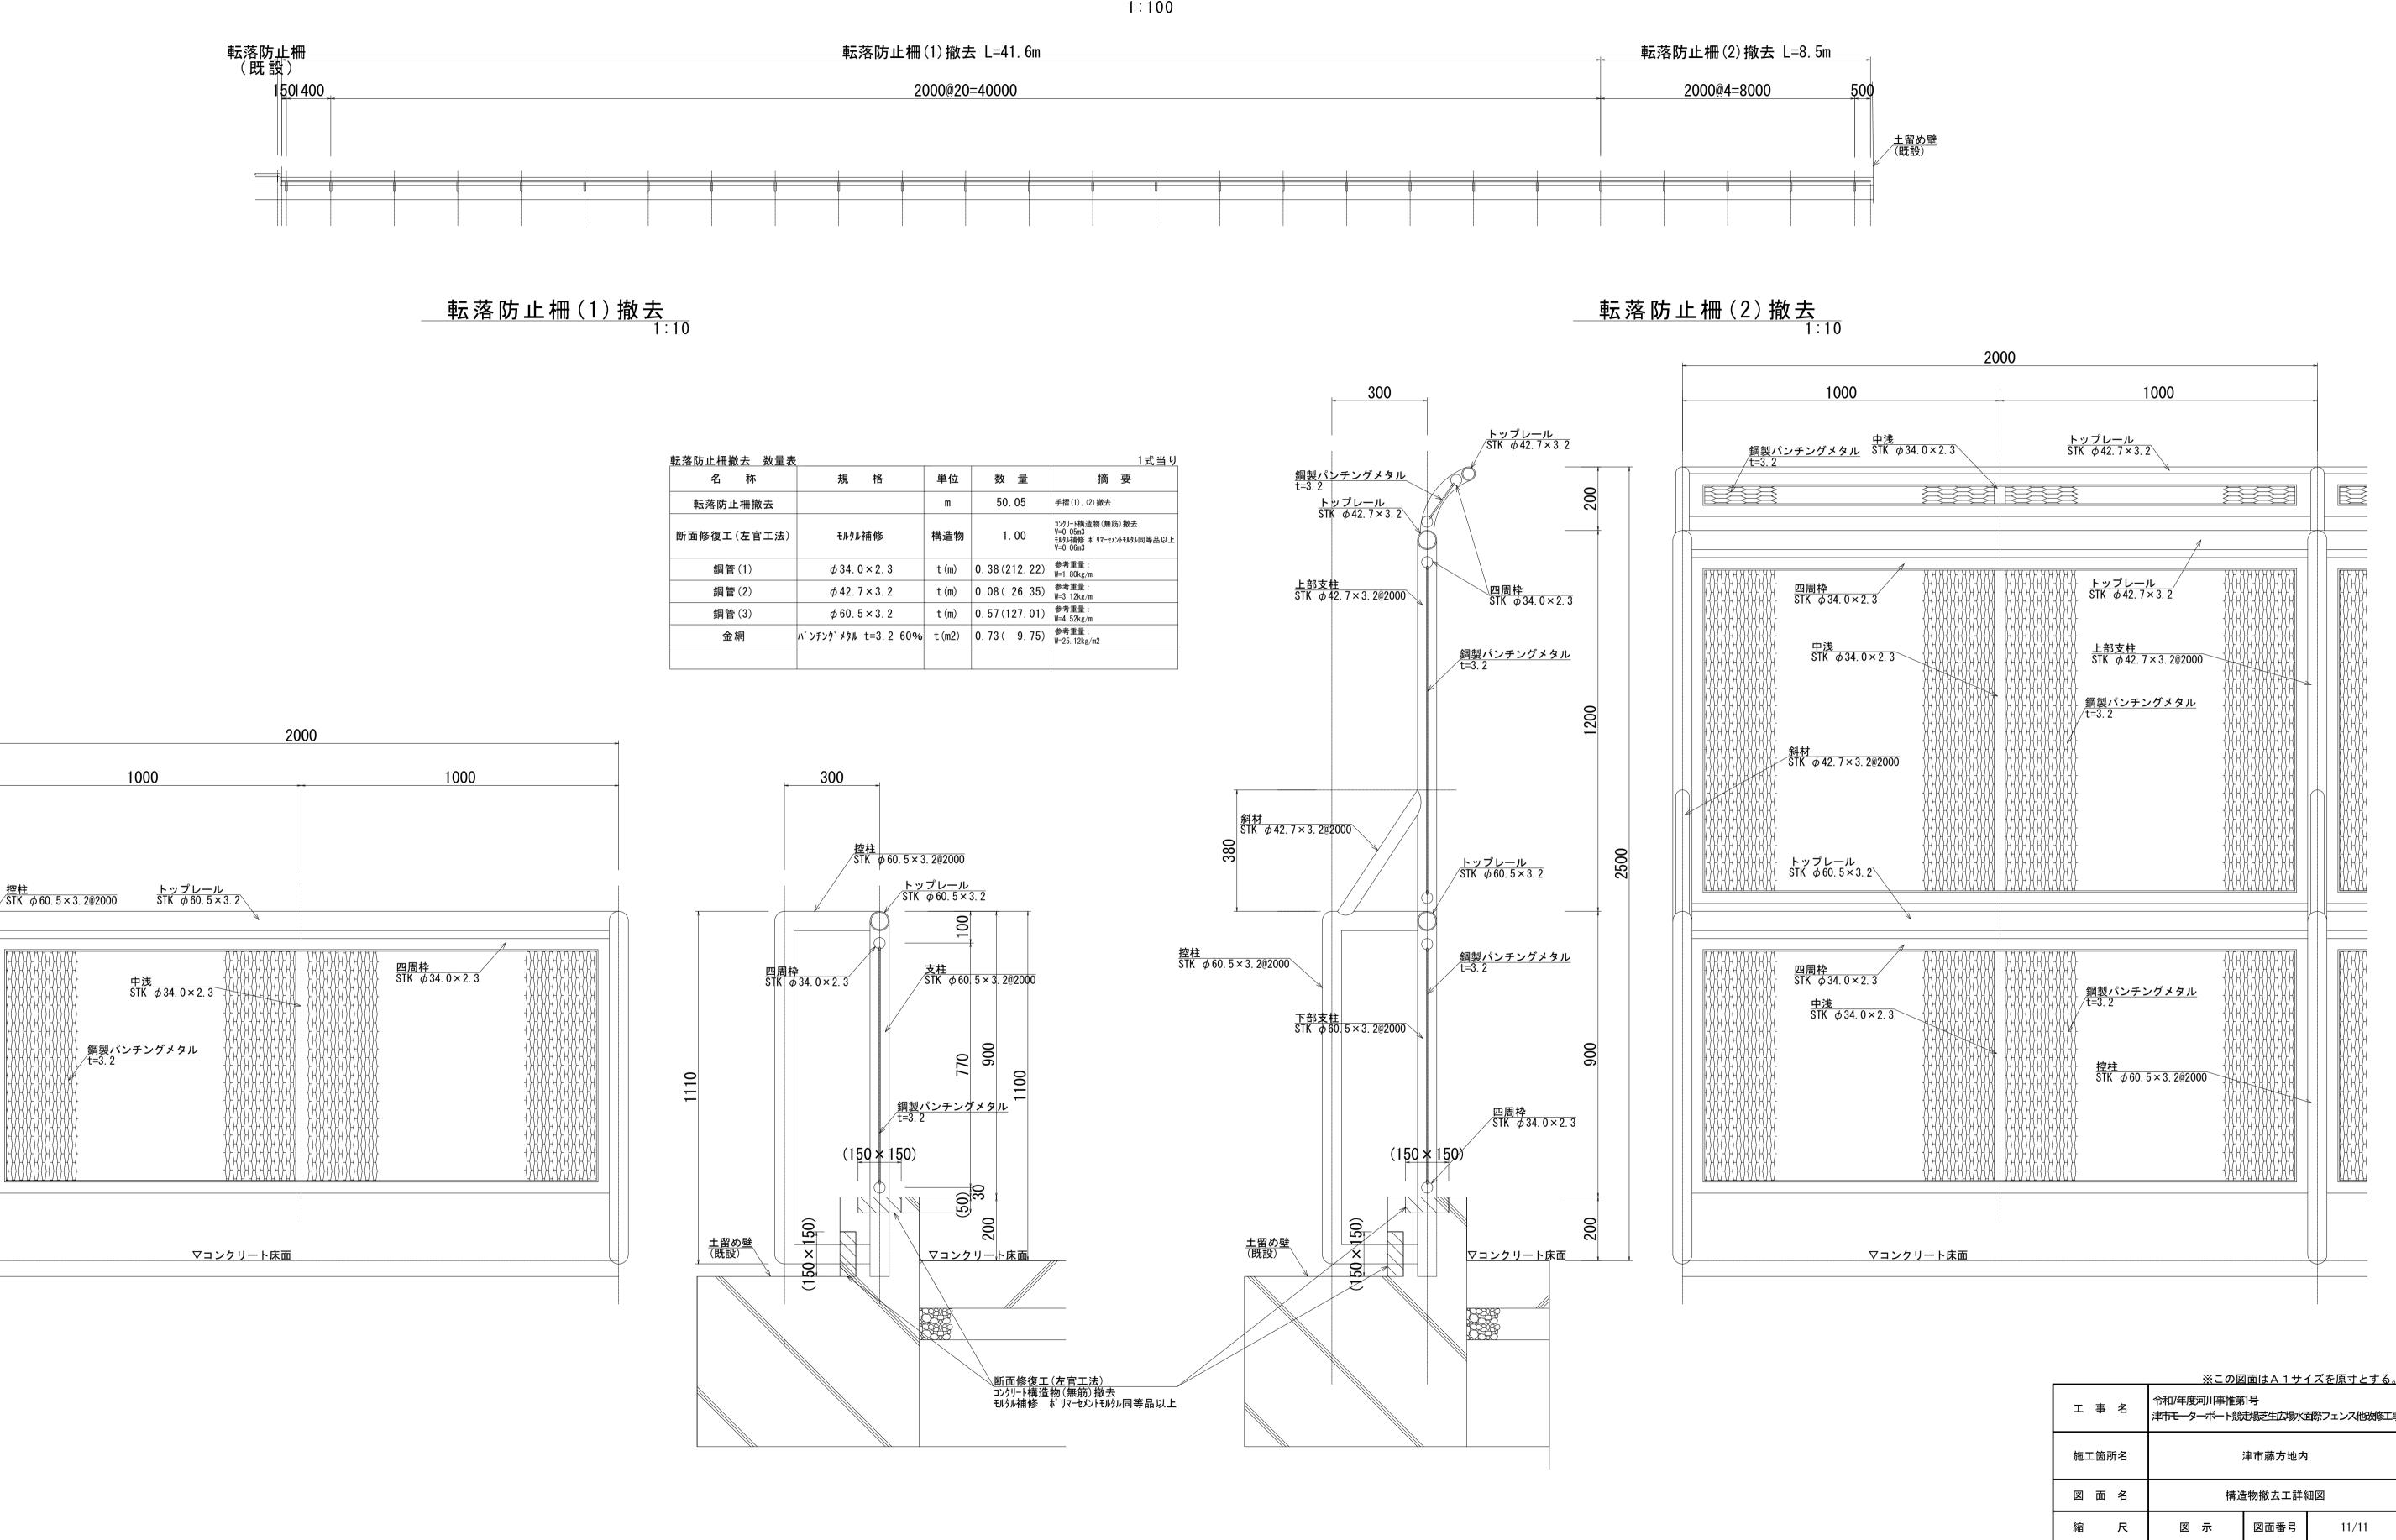

事業所名

津市建設部河川排水推進室